


### Universidad Nacional Autónoma de México Facultad de Arquitectura

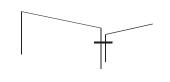

#### LUCES EN EL CAMINO

Albergue para migrantes Huehuetoca, Estado de México

Tesis para obtener el título de Arquitecto presenta:

Andrea Blanco López

Ana Daniela Karina Mora Nieto

#### Asesores:

Dr. en Arq. Óscar Adrián Enríquez Delgado

Arq. Harris Lee Sánchez

Arq. Eduardo Schütte Gómez y Ugarte

CIUDAD UNIVERSITARIA, CD. MX., 2019





UNAM – Dirección General de Bibliotecas Tesis Digitales Restricciones de uso

#### DERECHOS RESERVADOS © PROHIBIDA SU REPRODUCCIÓN TOTAL O PARCIAL

Todo el material contenido en esta tesis esta protegido por la Ley Federal del Derecho de Autor (LFDA) de los Estados Unidos Mexicanos (México).

El uso de imágenes, fragmentos de videos, y demás material que sea objeto de protección de los derechos de autor, será exclusivamente para fines educativos e informativos y deberá citar la fuente donde la obtuvo mencionando el autor o autores. Cualquier uso distinto como el lucro, reproducción, edición o modificación, será perseguido y sancionado por el respectivo titular de los Derechos de Autor.

#### **HOGAR**

"...Quiero ir a mi hogar, pero mi hogar es la boca de un tiburón hogar es el cañón de la pistola y nadie abandonaría su hogar a menos que el hogar te persiguiese hasta la orilla a menos que el hogar te diga que aceleres tus piernas dejes tu ropa atrás te arrastres por el desierto atravieses los océanos te ahogues te salves estés hambriento mendigues olvida el orgullo tu supervivencia es más importante

nadie abandona el hogar hasta que el hogar es una
voz sudorosa en tu oído
diciendo –
ve,
corre lejos de mí ahora
no sé en qué me he convertido
pero sé que cualquier lugar
es más seguro que aquí."


Warsan Shire Traducción de Javier Izquierdo Reyes

## ÍNDICE

Introducción			
01. Antecedentes		06. Concepto	
Migración	08	Luces en el camino	86
Migración en México	10	Concepto	88
Rutas	12	Protección	89
Albergues existentes	14	Esperanza	90
		Recuperación	91
02. Análisis del caso		Sustentabilidad	92
Problemática	18	Bibiliografía	93
Consecuencias	20		
Relevancia del proyecto	21	07. Anteproyecto	
Objetivos	22	Planta de contexto	96
Homólogos	24	Plantas arquitectónica	97
		Cortes arquitectónicos	98
03. El sitio		Fachadas	102
Zona de estudio	30	Renders	104
Factores fisicoambientales	31		
Levantamiento fotográfico	32	08. Proyecto ejecutivo	
Vialidades	38	Índice de planos	
Infraestructura y equipamiento	40		
Rutas de transporte	42		
Condicionantes físicas	44		
04. Programa arquitectónico			
Usuarios	48		
Requerimiento de espacios	49		
Diagrama de flujo	50		
Cédulas	52		
Tabla de áreas	75		
Requisitos cuantitativos y cualitativos	76		
05. Factibilidad económica			
Presupuesto de inversión	80		
Presupuesto de obra	81		
Programa de obra	81		
Honorarios	82		

83

Programa de inversión

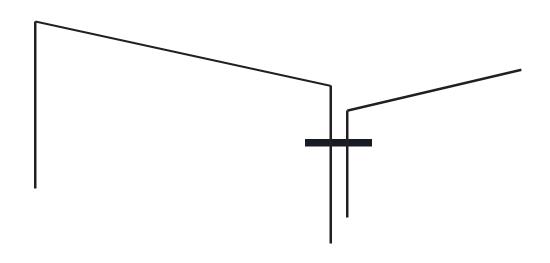

En el presente trabajo de tesis se presenta un proyecto que integra y muestra el conjunto de conocimientos y habilidades adquiridos durante la licenciatura en arquitectura y los plasma en el desarrollo de un albergue para migrantes.

El objetivo principal de esta investigación es que mediante una solución arquitectónica podamos lograr una mejora social y contribuir no sólo con modelos constructivos para nuestro país sino ofrecer opciones para enfrentar una problemática mundial.

La construcción de Luces en el Camino, un albergue para migrantes en tránsito, es un tema que consideramos delicado, relevante y necesario, por lo cual decidimos aportar nuestros conocimientos y proponer una solución.

No podemos ignorar que el territorio mexicano es el paso de miles de migrantes que buscan refugio transitorio en el trayecto de un prolongado viaje cuyo propósito es acceder a una mejor calidad de vida. Razón por la cual diseñamos espacios arquitectónicos que invitan a hacer una pausa en este largo y duro proceso. El proyecto busca darle respiro, cobijo y esperaza a todas estas personas. Asimismo se propuso un modelo de albergue que estratégicamente pueda ser replicado a lo largo del país, siguiendo las rutas migratorias que van de sur a norte.

El documento que a continuación presentamos, muestra una problemática social, urbana y política, que con el paso del tiempo está aumentando paulatinamente y de ninguna manera podemos ignorar. Nuestra meta es que con la construcción de este refugio, podamos brindarle ayuda humanitaria, física y psicológica a migrantes que transitan diaramente por nuestro país.

# 

# **ANTECEDENTES**

- Migración
- Migración en México
- Rutas migratorias
- Albergues existentes

## MIGRACIÓN

México es un país donde los movimientos migratorios forman parte de su historia e incluso gran parte de sus ingresos provienen de la remesas que envían los migrantes mexicanos que trabajan sobre todo en los Estados Unidos de América (EUA); en los últimos años la migración se ha convertido en uno de los problemas más importantes y críticos que enfrenta el país, debido a su ubicación geográfica que lo sitúa como zona de paso y a las condiciones de precariedad y violencia en que se produce el tránsito de personas.

México es la principal ruta de los migrantes centroamericanos que pretenden llegar a Estados Unidos de América y Canadá. A este desplazamiento poblacional se suma la migración de connacionales que por falta de desarrollo económico y social en el país, o por razones políticas busca vivir en esos países.

La problemática de la migración, surge a partir de que las personas necesitan aumentar sus ingresos y mejorar su calidad de vida de la que carecen en sus países, por lo que buscan establecerse en naciones desarrolladas, en donde existan opciones de trabajo, el salario sea mayor y puedan vivir en mejores condiciones.



Fuente de imágen:

https://www.portalpolitico.tv/negocios/construiran-la-proxima-semana-vias-del-tren-de-carga-para-nuevo-aeropuerto

En los últimos años la problemática migratoria se ha agravado, pues la calidad de vida de los habitantes de los países latinoamericanos se ha deteriorado y se ha incrementado la violencia a tal grado que cada vez más personas buscan desplazarse a otros lugares para sobrevivir. A esto se suman las políticas anti-migratorias que cierran fronteras y dificultan el paso de la población hacia los países de destino.

Estas políticas hacen que en México las múltiples rutas de tránsito desde la frontera sur hasta la frontera norte se tornen más peligrosas y que exista una población "flotante" de migrantes deportados o en espera de cruzar la frontera que se quedan en el país por tiempos prolongados y en condiciones muy precarias.

Las estadisticas indican que se está conviertiendo en un tema muy delicado ya que en 2017 había 257.7 millones de migrantes, lo cual equivale al 3.4% de la población mundial. De 2010 a 2016 el total de la población refugiada internacional ascendió de 11 a 17 millones.

El corredor de México-EUA es el más importante en el mundo, con más de 12 millones de migrantes, seguido por la India - Emiratos Árabes Unidos, con 3.3 millones.3.3 millones; lo cual indica que que es el doble de gente la que transita por nuestro país.

Por la violencia y persecución, México se convierte en país de destino de migrantes, niños que viajan solos y familias. En los últimos cuatro años, aumentó en 580% el número de personas procedentes de Honduras, El Salvador, Guatemala y Venezuela.

En México solicitan asilo cerca de 14 mil 500 refugiados.

Es fundamental entender que se trata de un problema complejo, creciente y de largo aliento.

Fuente: https://www.bbva.com/es/mexico-segundo-pais-mas-migrantes-mundo-12-3-millones/

## MIGRACIÓN EN MÉXICO

La migración y el desplazamiento de personas ha estado presente a lo largo de la historia de la humanidad. Las poblaciones se desplazan en busca de espacios seguros, con mejores condiciones para vivir o trabajar. En los años recientes, las personas se ven obligadas a salir de sus hogares, comunidades y países por la guerra, la violencia y para encontrar oportunidades laborales y de vida, con la esperanza de un mejor futuro. Por tanto detrás del fenómeno migratorio se reconocen causas económicas, políticas o sociales.

En años recientes, la dinámica migratoria en México se ha modificado y de ser un país fundamentalmente expulsor de mexicanos que migraban hacia Estados Unidos de Norteamérica (EUA) y de tener migración interna estacional, por su ubicación geográfica se ha convertido en un país de tránsito de personas de centro y sudamérica que utilizan nuestro territorio para ingresar a EUA y Canadá. Estas personas no tienen interés en quedarse en México, pero muchas veces su estancia en el país se prolonga por las dificultades para cruzar la frontera. En los últimos años este fenómeno se ha agravado y las cifras de migrantes que cruzan por México para acceder al "sueño americano" ha aumentado por la magnitud de los desplazamientos, lo prolongado de las estancias en el país y los movimientos poblacionales que atraviesan todo el territorio nacional desde la frontera sur hasta la frontera norte.

En octubre de 2018 la ciudad de México (CDMX) albergó en un estadio a 5 500 personas de la primera caravana migrante. Estas personas continuaron su camino hacia Tijuana y muchos de ellos aún permanecen en esa ciudad. En los 2 primeros meses del 2019, la CDMX albergó cerca de 7 mil personas. Es importante señalar que diversos actores sociales intentan humanizar la respuesta a este fenómeno social y buscan apoyar a los migrantes en su tránsito.

Fuente:https://elpais.com/internacional/2018/11/08/mexico/1541699531 224808.html

Recientemente, con el triunfo de un gobierno comprometido con causas sociales, las políticas migratorias buscan proveer a los migrantes con las atenciones necesarias para que puedan realizar su viaje de la mejor manera y brindar condiciones dignas de albergue y seguridad en su desplazamiento. En esta perspectiva se han desarrollado programas especiales, se han entregado visas humanitarias y se han habilitado espacios seguros de recepción y albergue.

Sin embargo estos albergues son espacios habilitados, por lo general edificaciones adaptadas de manera temporal para darle a los migrantes un refugio transitorio. No existe la infraestructura necesaria para responder a un fenómeno que lejos de ser temporal tiende a hacerse permanente y masivo. En varias ciudades del país se requiere construir espacios para albergar a las personas que transitan en México y sobre todo ofrecerles refugios dignos, que aunque transitorios se conviertan en "Luces en el camino".



Fuente de imágen:

https://movimientomigrantemesoamericano.org/tag/derechos-humanos/

## RUTAS MIGRATORIAS



Existen diferentes rutas migratorias, las personas que vienen de Centro y Sudamérica utilizan transportes terrestres, como trenes, autobuses y camionetas. La ruta marítima llega a la zona del caribe debido a que es la forma más fácil de ingresar a México y es utilizada principalmente por personas procedentes de Cuba, Asia y África.

La población de migrantes que buscan ingresar a Estados Unidos desde México cada vez es mayor, y las nuevas políticas migratorias contra esta población van en aumento, produciendo una sobrepoblación de migrantes, ya que al no poder cruzar la frontera norte las personas deben quedarse en México. Por estas razones, es importante desarrollar albergues que puedan ser utilizados temporalmente por las personas migrantes facilitando la provisión de servicios básicos para que logren cruzar el país en las mejores condiciones.

Las autoridades pretenden evitar que los migrantes utilicen los trenes de carga para transportarse, una de las razones es por el peligro que esto implica y porque pone en riesgo la vida y la integridad de las personas. Sin embargo, muchos todavía utilizan este medio de transporte y se instalan cerca de las vías del tren. Esta situación provoca que los albergues y centros de apoyo de derechos humanos, se ubiquen e instalen en las rutas de este medio de transporte.


### ALBERGUES EXISTENTES

En México actualmente existen alrededor de 82 albergues distribuidos cerca de las rutas más utilizadas por los migrantes. La mayor parte de los albergues no cuenta con la infraestructura necesaria para recibir a los migrantes o con las instalaciones adecuadas.

Los albergues permiten que los migrantes realicen una parada en el camino, en un espacio en donde puedan sentirse seguros y tengan un espacio en donde puedan cubrir sus necesidades básicas para después continuar. La ubicación geográfica del proyecto es punto clave, ya que los albergues deben encontrarse en las rutas ya establecidas para cruzar el territorio mexicano. Nuestro objetivo es encontrar puntos estratégicos que den soporte a los migrantes que utilizan estas rutas.

Huehuetoca y Lechería es un punto estratégico ya que es en donde las tres líneas de la ruta de tren se separan y la mayor parte de las rutas terrestres cruzan por esta zona.

En los últimos meses ha cambiado la forma de desplazarse de los migrantes, ya no solamente se utiliza como medio de transporte el tren "La Bestia" ahora existen caravanas multitudinarias que avanzan de manera organizada siguiendo instrucciones, por lo que también se considera la ruta terrestre como medio para llegar al albergue Luces en el Camino.

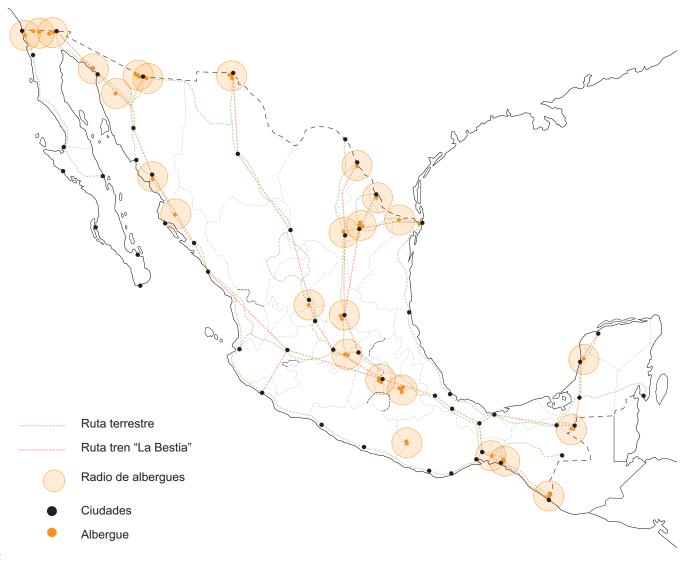


Huehuetoca es una zona de transición entre la ruta terrestre y la ruta de "La Bestia" por lo que creemos que es necesario reforzar esta zona, en donde después de separan las rutas para poder darle a los migrantes un refugio en la mitad de su viaje, con distintas rutas para tomar. La estrategia incluye evitar que los migrantes utilicen el tren de carga para viajar al norte, pues eso pone en riesgo sus vidas.

El terreno elegido se encuentra en una zona industrial en la que algunas fábricas fueron abandonadas mientras que otras siguen activas. Consideramos que al estar apartados de la población de Huehuetoca, reducimos conflictos entre locatarios y vecinos. Sin embargo, la ubicación es de fácil acceso y cuenta con calles paviementadas, cuenta con servicios de transporte público muy cercano (menos de 5 minutos caminando).

La estación de trenes de Huehuetoca se encuentra en el centro y una de las propuestas del proyecto es crear una red de transporte que lleve a los migrantes desde la estación de trenes de Lechería, Cuatitilán y Huehuetoca, hasta el acceso del albergue.

Sumado a ésto, estamos rodeados de zonas agrícolas que además de ofrecer maravillosas vistas a zonas verdes y áreas naturales, favorecen al aislamiento que buscamos para los usarios debido al poco tránsito vial.

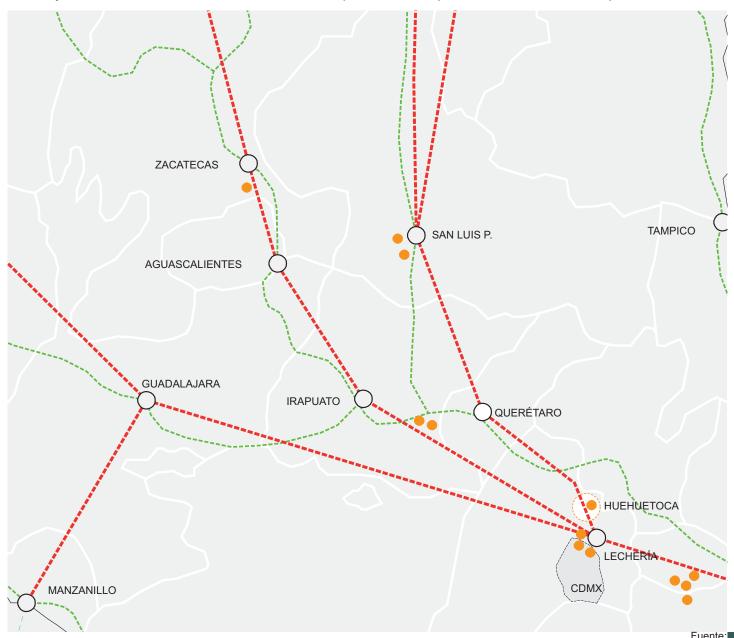

# 

# ANÁLISIS DEL CASO

- Problemática
- Consecuencias
- Relevancia del proyecto
- Objetivos del proyecto
- Homólogos

## | PROBLEMÁTICA



La población de migrantes que buscan ingresar a Estados Unidos desde México cada vez es mayor. Las nuevas políticas migratorias y el cierre de la frontera norte ha tenido como consecuencia una sobrepoblación de migrantes, ya que al no poder cruzar la frontera norte las personas se ven obligadas a quedarse en México, por lo que es importante desarrollar albergues flexibles que puedan ser utilizados temporalmente por estas personas permitiendo proveer los servicios básicos para que logren cruzar el país en las mejores condiciones.

Existe una violación de los derechos humanos de los migrantes, por parte de las autoridades mexicanas, o por grupos delictivos. La trata de migrantes y la violencia que sufren en sus desplazamientos es algo muy importante. Por lo que consideramos que debe existir apoyo de las comunidades y de los gobiernos para que esto pueda ser erradicado.

También ocurre que algunas personas para poder sobrevivir durante su viaje a la frontera norte participan activa o forzadamente en actividades ilícitas, como robo, prostitución y extorsión. Estas situaciones aumentan la inseguridad en las zonas aledañas a los albergues, generando desconfianza y rechazo por parte de los habitantes locales hacia los migrantes.

Una razón por la que las comunidades rechazan a los refugiados es porque algunos detienen su camino y se establecen en las localidades por meses al conseguir trabajo fuera de los albergues.

Lechería y las zonas aldeñas a los albergues son conflictivas ya que existen diferentes bandas que abusan de los migrantes y controlan diferentes rutas de tren y rutas terrestres. Además, algunas de estas bandas están coludidas con las autoridades, por lo que los migrantes no están seguros.

### CONSECUENCIAS

Con el recrudecimiento de la política anti-migrantes de los Estados Unidos, las personas en tránsito tienen cada vez menos posibilidades para llegar a su destino y se ven en la necesidad de quedarse en México en las ciudades aldeañas a las rutas, por lo que hay un aumento en las solicitudes de visas humanitarias y de solicitudes de refugio, sobre todo en los estados fronterizos.

Otro fenómeno es el despoblamiento de ciertas zonas, que prácticamente quedan desiertas debido a la gran cantidad de personas que migran. Estas regiones se encuentran deterioradas, infértiles y se pierde su capacidad productiva. Esto genera abandono del campo y facilita la apropiación de tierras por el crimen organizado para la producción de drogas.

Existe un cambio demográfico que es producido por la sobrepoblación de migrantes, y dado que la población emigrante suele ser joven, las regiones de destino se rejuvenecen, mientras que las de origen envejecen ya que predomina una población de mayor edad.

Hay una desintegración de las familias, pues si bien la migración en un principio es considerada como una "alternativa temporal" para mejorar el nivel y la calidad de vida de las personas, con frecuencia la ausencia de los migrantes se prolonga y ocasiona serios problemas de abandono hacia los familiares.

Los cambios en los patrones migratorios también añaden complejidad al desplazamiento de las personas, pues se está incrementando el número de niños que migran sin la compañía de adultos.

La violación de los derechos humanos de la población migrante es un grave problema, ya que en general a lo largo de la ruta los migrantes sufren asalto, secuestro y violación, son extorsionados y despojados por autoridades y miembros del crimen organizado transnacional.

### RELEVANCIA DEL PROYECTO

Es importante considerar las nuevas políticas migratorias para los migrantes en México, que reconocen sus derechos y adaptar los albergues de acuerdo a éstas.

Los albergues siguen funcionando de la misma forma precaria desde hace años, sin ninguna renovación en sus instalaciones o en la manera de funcionar. Incluso debe existir un plan de integración a la población por si los migrantes deciden quedarse en México, por eso es tan importante la impartición de talleres y cursos en los que los migrantes puedan aprender y mejorar sus habilidades, para después incorporarse de la mejor manera al país en el que deseen o puedan establecerse.

Existe una urgencia de pensar en nuevos espacios habitables, que además sean flexibles, de uso intensivo y para habitantes temporales, ya que no será ocupado por los mismos individuos para siempre.

Es evidente que los movimientos humanos a través de las ciudades no se detendrán e incluso crecerán en los próximos años, lo cual va a redefinir el entorno urbano de estos espacios. Los albergues permitirán que esta transición se pueda realizar de una forma adecuada.

Los albergues deben tener espacios diversos diseñados para recibir familias, personas, niños y facilitar el encuentro, la construcción y el mantenimiento de los lazos entre las personas que se encuentran en camino hacia la frontera norte.

Para los migrantes encontrar un lugar en donde puedan cubrir sus necesidades y sentirse seguros, en donde puedan crear nuevos lazos con otras personas que están en la misma situación y en donde puedan informarse acerca de sus derechos es de vital importancia.

El proyecto de Luces en el Camino tiene como objetivo dar una atención digna e integral a los migrantes, creando espacios que generen un refugio para ellos en el cual puedan desarrollarse y vivir con la infraestructura adecuada, aunque sea por unos días.

La idea es crear un proyecto que se adapte a diferentes tipos de personas, pero con el objetivo de crear una pausa en el recorrido hacia la frontera norte, en donde los migrantes puedan sentirse seguros, no solo por la idea de un albergue, pero también por los espacios arquitectónicos y el diseño conceptual del proyecto.

El proyecto "Luces en el Camino" tiene como objetivos principales:

- Crear espacios suficientes para albergar un gran número de migrantes que cruzan diariamente.
- Apoyar mediante espacios arquitectónicos a los migrantes, controlando su dispersión en el país y así favorecer el respeto a sus derechos humanos y la convivencia entre población migrante y población local.
- Proporcionar con el diseño del albergue espacios dignos en donde puedan tener un respiro, opciones de atención médica, psicológica, espacios educativos y actividades de recreación.
- Generar un modelo de albergue que pueda satisfacer las necesidades básicas de todos los migrantes centroamericanos y de otras nacionalidades que se encuentran necesitados de auxilio. Así como brindarles la atención humanitaria que requieren mientras permanecen en el territorio mexicano.
- Además es un proyecto que busca ser utilizado en distintos puntos del país para generar una red de "Luces" para los migrantes en su trayecto hacia Estados Unidos y Canadá.



Fuente de imágen: http://www.hermanosenelcamino.org/fotografiacuteas.html

## |HOMÓLOGOS

#### ALBERGUE PARA SUEÑOS MIGRANTES



PROYECTO: Albergue para Sueños Migrantes - Concurso


UBICACIÓN: CDMX ÁREA: 720 m2 AÑO: 2012

No. USUARIOS: 62 con opción a ser ampliado







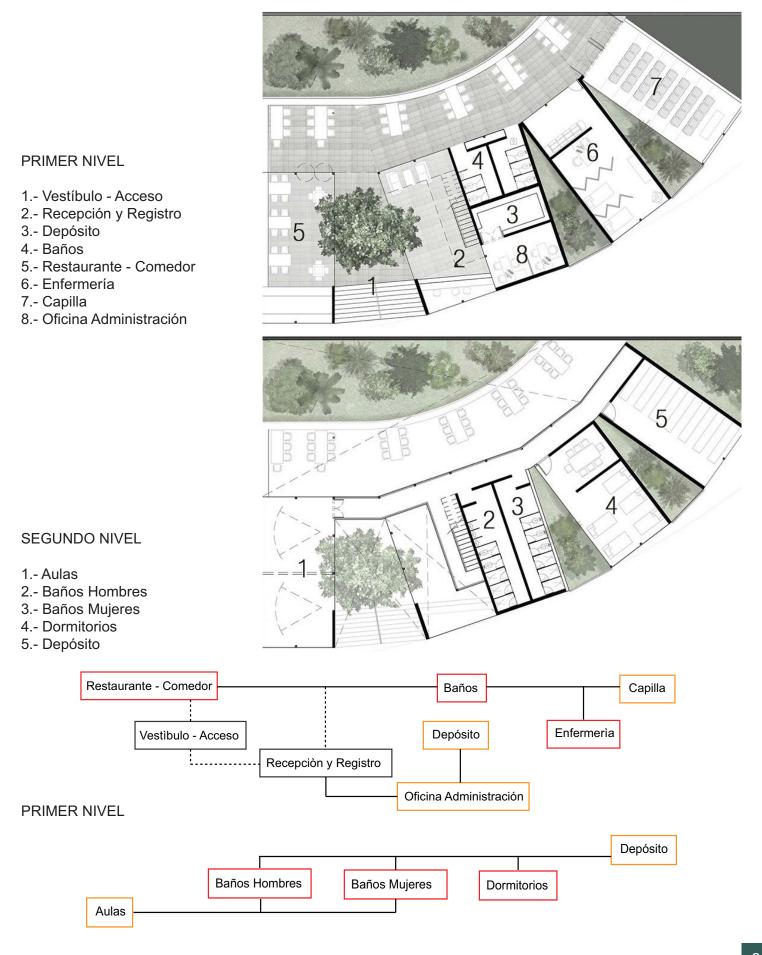

SEGUNDO NIVEL




PROYECTO: Cafemin

UBICACIÓN: Colonia Vallejo, CDMX

**ÁREA**: Por definir **AÑO**: 2017

No. USUARIOS: 70 Migrantes




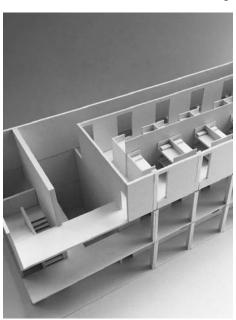







- 1.- Vestíbulo
- 2.- Recepción y Registro
- 3.- Director
- 4.- Bodega
- 5.- Administración
- 6.- Secretaría General
- 7.- Sanitarios
- 8.- Sala de Juntas
- 9.- Dormitorio voluntarios
- 10.- Espacio Común
- 11.- Consultorio
- 12.- Cocina
- 14.- Comedor
- 15.- Talleres
- 16.- Biblioteca
- 17.- Capilla
- 18.- Lavanderìa
- 19.- Baños
- 20.- Bodega
- 21.- Clínica

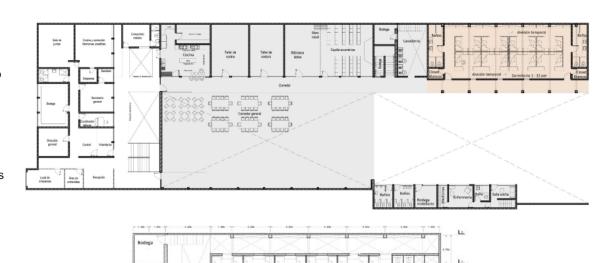


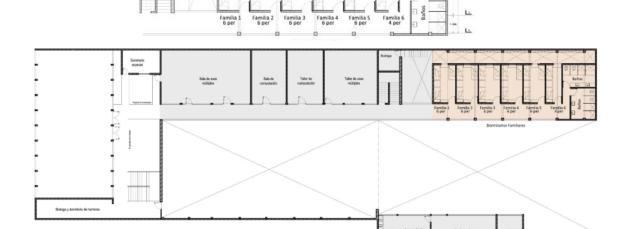

#### SEGUNDO NIVEL

- 26.- Dormitorios
- 27.- Espació Común
- 28.- Dormitorio Especial
- 29.- Aulas
- 30.- Sala de computación
- 31.- Talleres
- 32.- Bodega
- 33.- Lavandería

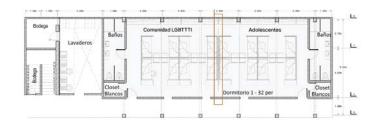

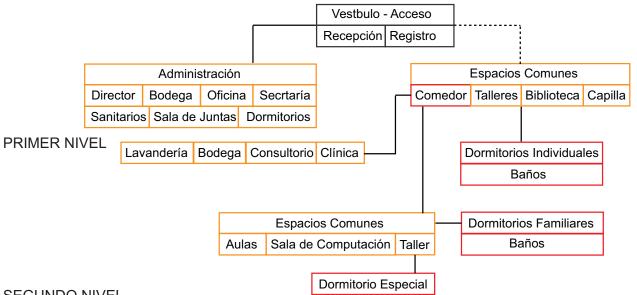

# 

## **EL SITIO**

- Zona de estudio
- Factores fisicoambientales
- Levantamiento fotográfico
- Vialidades
- Infraestructura y equipamiento
- Rutas de transporte
- Condicionantes físicas


## ZONA DE ESTUDIO



#### México



#### Estado de México

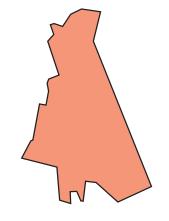

#### Huehuetoca

Av. Benigno Pérez, Ex Hacienda de Xalapa

### FACTORES FISICOAMBIENTALES




- Huehuetoca tiene una extensión de 118.02 kilómetros cuadrados, y ocupa el 0.72% del Estado de México
- · La temperatura media es de 15.4
- La temperatura mínima es de 6.9
- La temperatura máxima es de 23.8
- Salida del sol: 07:10 HorasPuesta del sol: 17:58 Horas
- •Los meses de lluvia son junio, julio, agosto y septiembre. La precipitación pluvial en la mayor parte del municipio es de 627.98 mm.
- El clima de esta reglón es templado. Al este se transforma en clima templado seco y, cerca de la Sierra de Tepotzotlán, en templado sub-húmedo.
- La dirección de los vientos es de norte a sur. Los días con heladas son, aproximadamente, 71, entre los meses de diciembre, enero, febrero y marzo.

#### Fuente:


http://siglo.inafed.gob.mx/enciclopedia/EMM15mexico/municipios/15035a.html

## LEVANTAMIENTO FOTOGRÁFICO




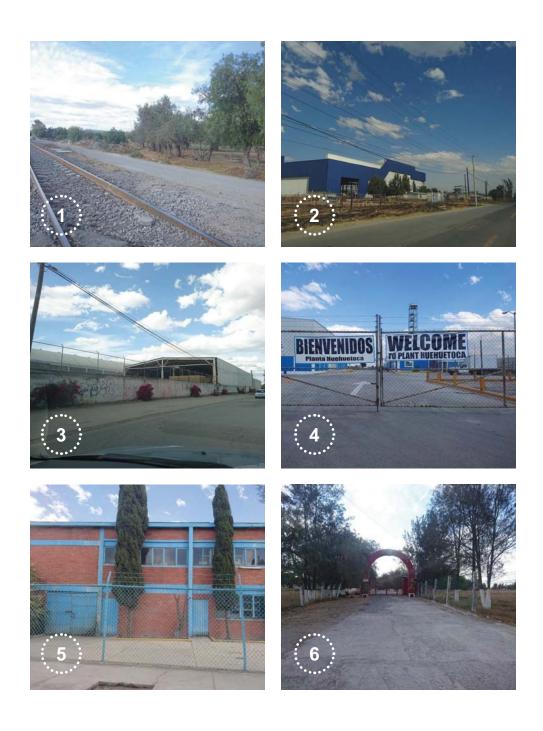



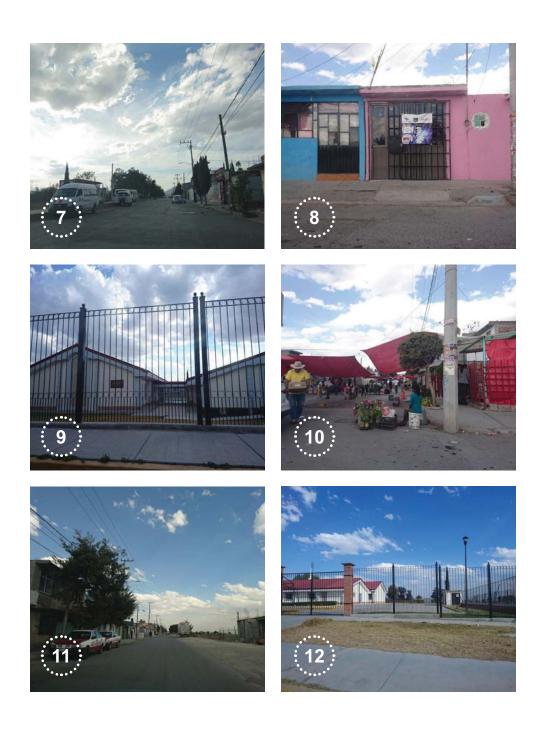




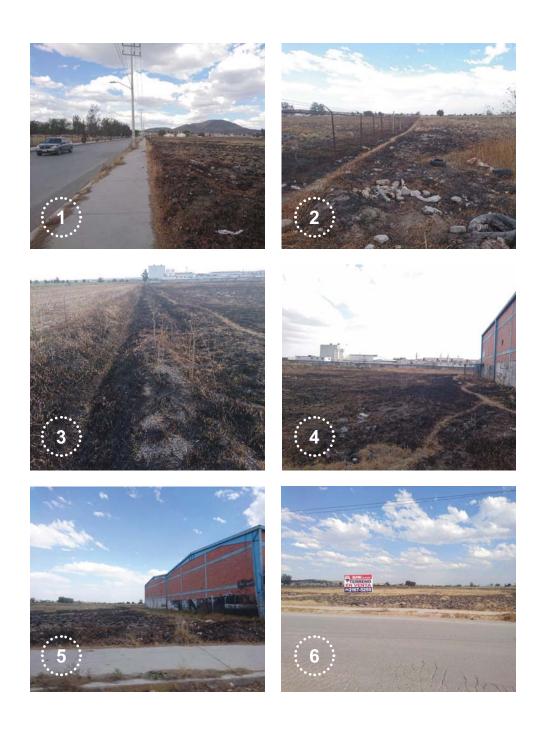

## **|**VIALIDADES

#### Desde Lechería

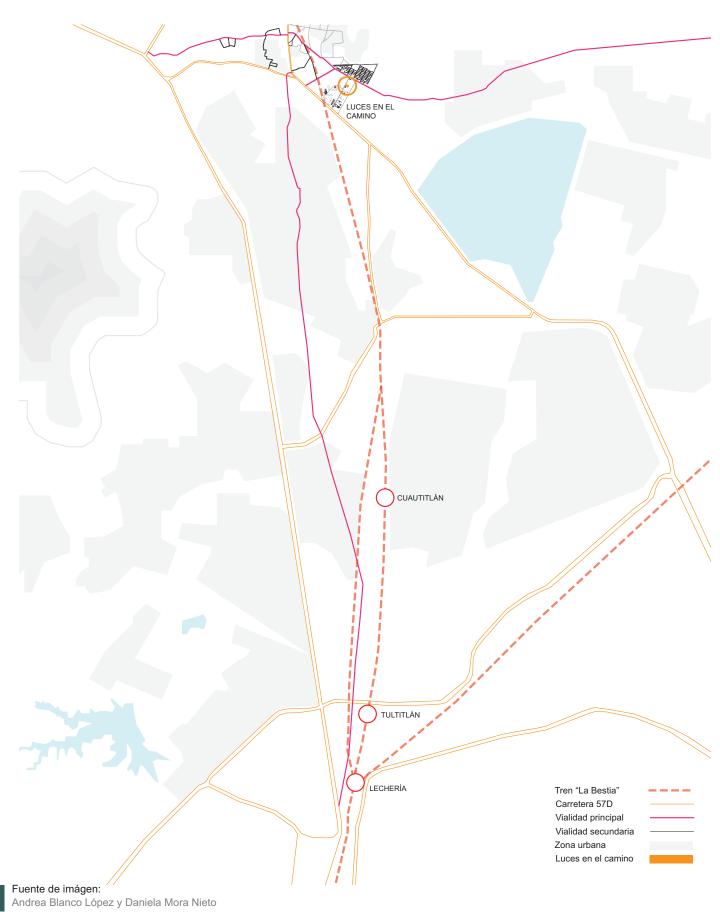

Lechería es una de las zonas más importantes a donde llegan más migrantes, se puede considerar el punto medio entre la frontera sur y la frontera norte. Cerca de lechería existen varios albergues pero no cuentan con la infraestructura necesaria para atender a la cantidad de migrantes que pasan por estas rutas.

Existen varias formas para llegar a Huehuetoca, y al albergue de Luces en el camino.


La autopista 57D permite tener una vía rápida que conecta con otras ciudades. También existen caminos secundarios en los que pasan diferentes rutas de camiones, autobuses etc. Por lo que Huehuetoca se convierte en una zona de fácil acceso.

La ruta del tren conocido como "La Bestia" es la más rápida y la que más utilizan los migrantes, pasa junto a Huehuetoca y tiene una estación que funciona para darle servicio a los trenes. La siguiente estación más cercana es la de Cuautitlán. El tiempo y distancia entre las rutas varía, pero desde Lechería hasta Huehuetoca hay aproximadamente 30 kilómetros y desde Cuautitlán 20 kilómetros.

Esto permite que los migrantes se alejen de la zona de Lechería, que se ha vuelto conflictiva debido a la delincuencia organizada y al rechazo por parte de los habitantes y crea un nuevo espacio seguro, cerca de las vías del tren y con la posibilidad de reactivar una estación que es desaprovechada.

Por esta razón se propone el terreno en Huehuetoca, cerca de las vías, no sólo por ser éste uno de los puntos más significativos de la ruta, sino por la necesidad expresada en meses recientes de dotar la zona con un espacio que cumpla las condiciones de cobijo, asistencia y resguardo temporal que requieren los migrantes.


## **|**EQUIPAMIENTO

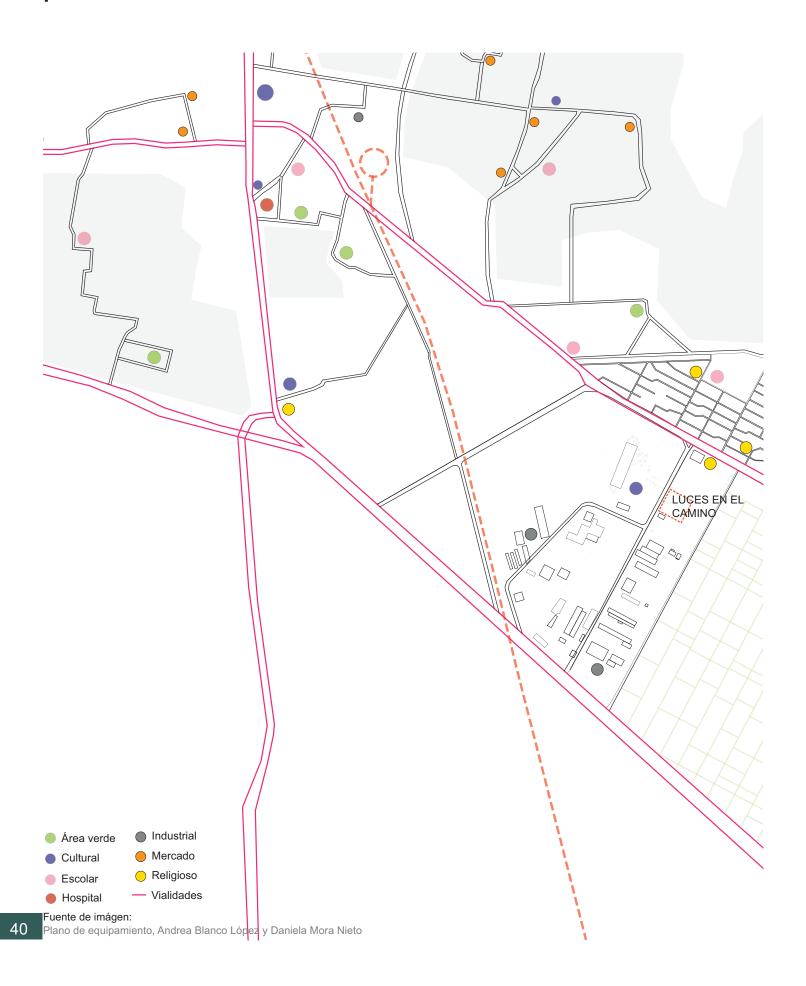

### INFRAESTRUCTURA

El albergue Luces en el Camino se encuentra cerca del centro de Huehuetoca, está a 10 minutos caminando de las vías primarias en donde circula el transporte público local, esto permite que los migrantes puedan estar cerca de diferentes servicios.

Uno de los equipamientos más importantes es el de salud, esto permite que el proyecto tenga facilidad de respuesta en cualquier emergencia que se presente en el albergue, y que los migrantes puedan estar seguros.

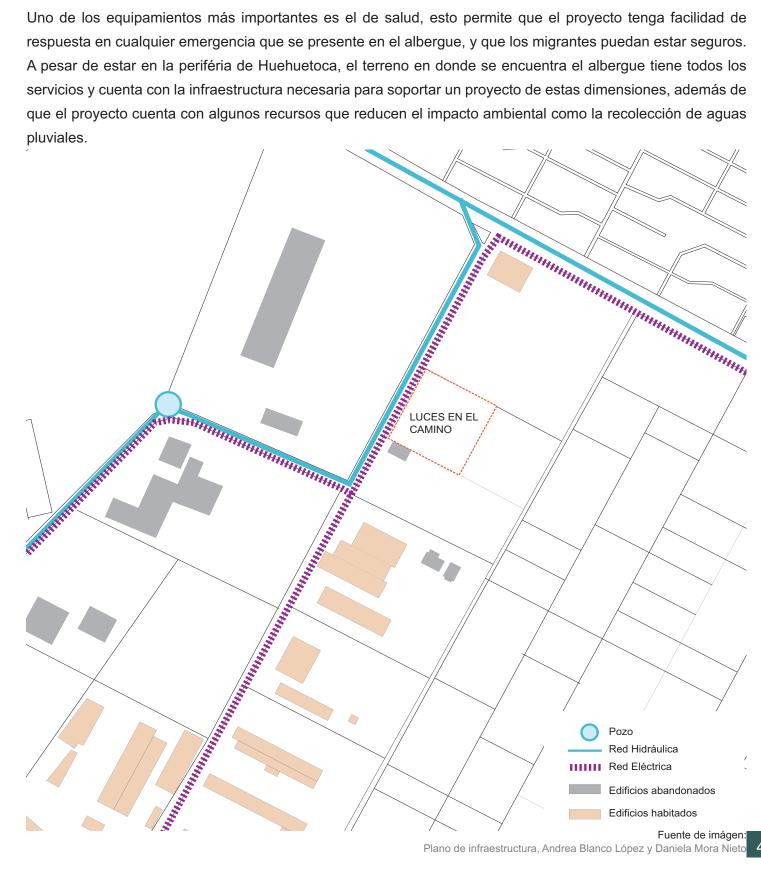

## RUTA DE TRANSPORTE



Lechería es una zona conflictiva, ya que existen diferentes bandas de "polleros" y personas relacionadas con el crimen organizado que abusan de los migrantes y controlan diferentes rutas de tren y rutas terrestres que utilizan las personas. Además, algunas de estas bandas están coludidas con las autoridades, por lo que los migrantes no están seguros.

La propuesta de Luces en el Camino es utilizar Huehuetoca como punto de descanso en la ruta de "La Bestia" y además generar conciencia en los habitantes del pueblo y de las autoridades para proteger a los migrantes. También dentro del proyecto hay una propuesta de transporte seguro, en el que los migrantes puedan desplazarse desde Lechería o de estaciones de tren más cercanas de una manera regulada hacia el albergue Luces en el Camino. De esta forma se puede contribuir a un trayecto mas seguro, combatir la violación de los derechos de los migrantes por parte de las autoridades y disminuir el riesgo de ser víctimas del crimen organizado.



## CONDICIONANTES FÍSICAS

SUPERFICIE: 18 000 M2
TOPOGRAFÍA: Terreno plano

DIRECCIÓN: Av. Benigno Pérez, Ex Hacienda de

Xalapa.

COLINDANCIAS: Al Norte - con la Av. Benigno Pérez y la

ex Hacienda de Xalapa

Al Sur - con zonas agrícolas

Al Oeste - con la Av. Benigno Pérez e

industrias abandonadas


Al Este - con zonas agrícolas

INFRAESTRUCTURA: El terreno cuenta red hidráulica, red

eléctrica, drenaje y postes telefónicos.

**ZONA:** Lacustre

**RESISTENCIA DEL TERRENO**: 5 Ton/m2

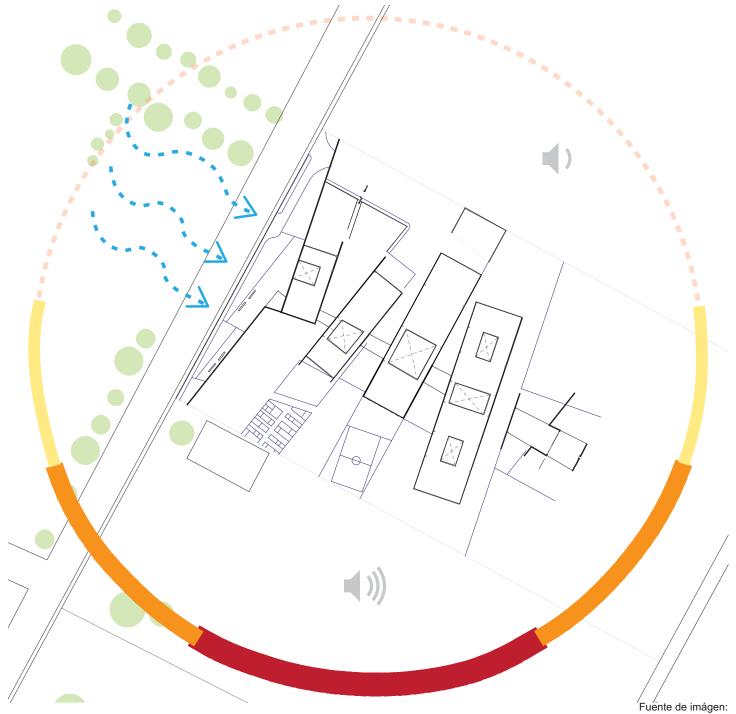

Plano de asoleamiento, Andrea Blanco López y Daniela Mora Nieto.

El terreno propuesto es de 18 000 m2.

Es un terreno relativamente plano, sin ningún tipo de vegetación, por lo que dentro del proyecto se busca hacer una reforestación de este espacio.

Los vientos dominantes son de norte a sur, por lo que es importante considerar la creación de barreras vegetales y arquitectónicas en el proyecto.

La zona en la que se encuentra es industrial, con algunos edificios abandonados y otras fábricas activas. Es necesario analizar la cantidad de ruido que generan estos espacios para que no afecten a los migrantes.

El edificio de dormitorios es el que tiene la mejor ubicación para evitar que los migrantes sufran de temperaturas extremas y puedan sentirse cómodos en este espacio.

45

# 

## PROGRAMA ARQUITECTÓNICO


- Usuarios
- Requerimiento de espacios
- Diagrama de flujo
- Zonificación
- Cédulas
- Tabla de áreas
- Requisitos cuantitativos y cualitativos

## USUARIOS

350 usarios son los que recibirá el proyecto de Luces en el camino.

#### **GÉNERO**

#### **USUARIO TEMPORAL:**

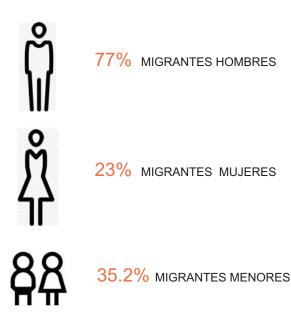

#### **PROCEDENCIA**

La mayoría de los migrantes provienen de Guatemala con 46%, Honduras con 37% y el Salvador con 17%.

#### **DESPLAZAMIENTO**

#### MEDIO DE TRANSPORTE



#### **FRECUENCIA**

## REQUERIMIENTO DE ESPACIOS


#### **INTERIORES**


- Dormitorios Mujeres
- Dormitorios Hombres
- Dormitorios Familiares
- Dormitorios Menores
- Baños de Mujeres (Vestidores, Regaderas)
- Baños de Hombres (Vestidores, Regaderas)
- Comedor
- Cocina
- Lavandería
- Bodegas Servicios
- Zona de resguardo Donaciones
- Talleres
- Área de Acogimiento
- Área de Comunicaciones
- Atención Médica
- Atención Psicológica
- Administración (Dormitorios voluntarios Director)
- Capilla

#### **EXTERIORES**

- Áreas de Recreacción
- Áreas Verdes
- Huertos
- Estacionamiento (Privado Servicios públicos Transporte para migrantes)


## DIAGRAMAS DE FUNCIONAMIENTO Y RELACIÓN

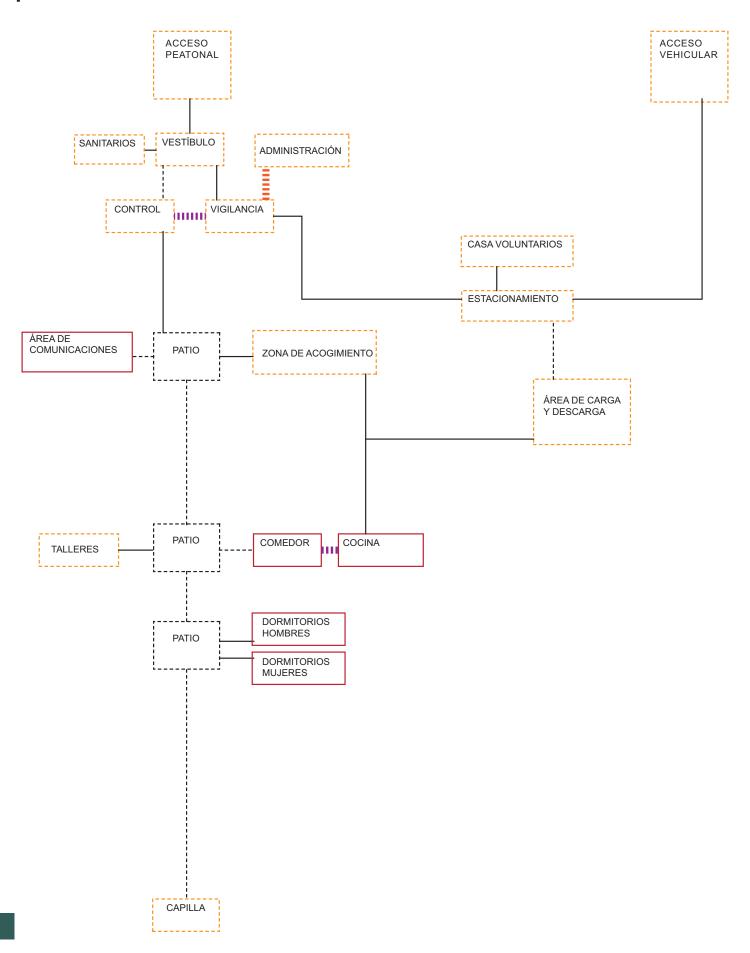

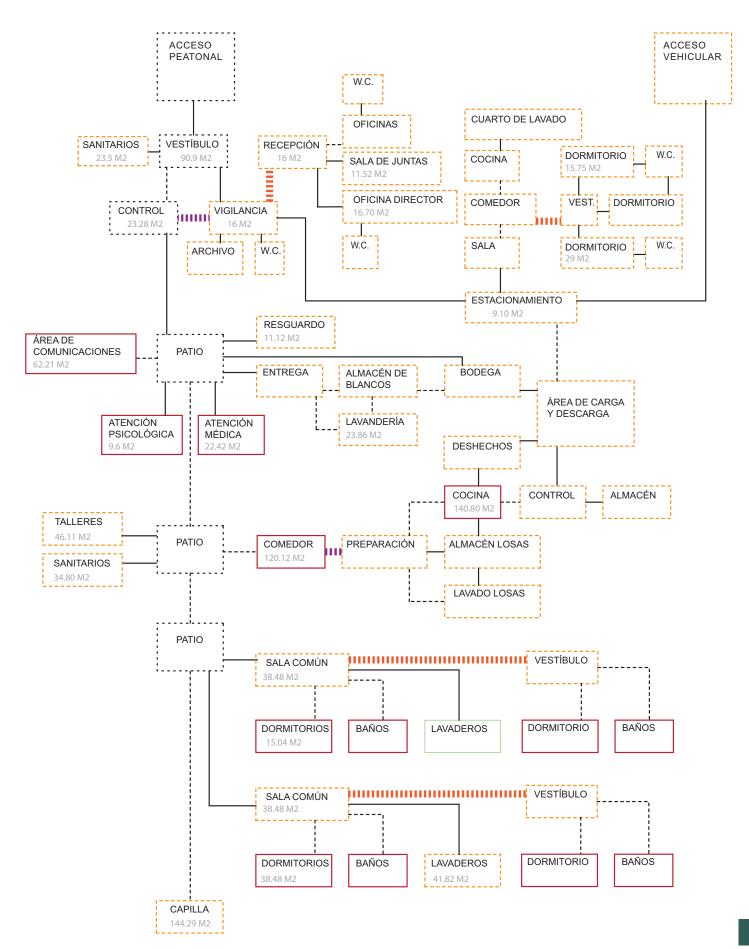


## **ESTACIONAMIENTO**


LUCES EN EL C	AMINO							CLAVE	A-01
LOCAL	Estacionamie	nto	# Locales	1			ACTIVIDADES		
OCUPACIÓN	Normal	Máxima		CONDICIONES DE DISEÑO		Aparcamiento de vehículos de locatarios y s			
	10	34	Espacio con fle	exibilidad			Fisonómico		
	Permanente	Temporal	tanto para loca	atarios	TIPO DE		Complementari	)	•
HABITADOR	•	•	como acceso a	a servicios	ESPACIO		Distributivo		
MOBILIARIO	No.	Х	Υ Υ	Z			SERVICIOS		
Automovil Camión	34 2	2.2 2.5	5 7.8	1.2 3.05	Agua Potable Drenaje	•	Ventilación	Natural Artificial Natural	•
					Agua Tratada Electricidad	•	Iluminación	Artificial	•
					Voz y Datos Télefono		Comunicación	Comunica al e zona de servic	
					Clima Internet		Tecnología		
					Seguridad	•	Otros		
COTAS	m	57.42	15.85					Total m2 =	910.11

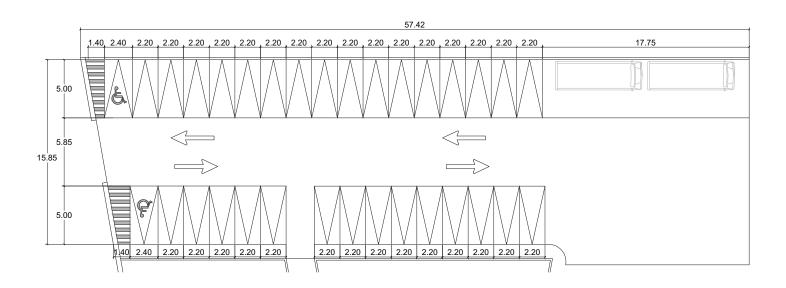


LUCES EN EL C	AMINO						CLAVE	A-02
LOCAL	Circulación Ve	ertical	# Locales	4		ACTIVIDADES		
OCUPACIÓN	Normal	Máxima	CONDICIO		Circulación y trasalad	do de una planta a otra.		
	1	6	Escaleras cor	n diseño e		Fisonómico		
	Permanente	Temporal	iluminación a	decuada.	TIPO DE	Complementario	)	
HABITADOR		•			ESPACIO	Distributivo		•
MOBILIARIO	No.	Х	<u> </u>	Z		SERVICIOS		
Escaleras		1.85	3.3	2.8	Agua Potable Drenaje	Ventilación	Natural Artificial	•
					Agua Tratada Electricidad	Iluminación	Natural Artificial	•
					Voz y Datos Télefono	Comunicación	Comunica plan con planta alta	•
					Clima Internet	Tecnología		
					Seguridad	Otros		
COTAS	m	1.85	3.3		•		Total m2 =	6.11

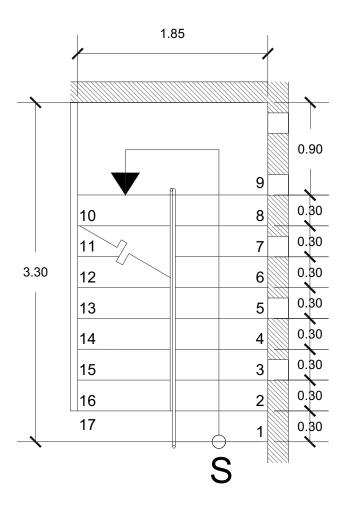


LUCES EN EL C	AMINO						CLAVE	A-03
LOCAL	Vestíbulo		# Locales	1		ACTIVIDADES	•	
OCUPACIÓN	Normal	Máxima	CONDICIO		Esperar y acoger a l	os usarios.		
	50	75	Juego dinámi	co de		Fisonómico		
	Permanente	Temporal	iluminacón, in	icio y vista	TIPO DE	Complementario	)	
HABITADOR	•	•	hacia el eje vi proyecto.	sual del	ESPACIO	Distributivo		•
MOBILIARIO	No.	Х	Υ	Z		SERVICIOS		
Bancas	3	4.6	0.45	0.45	Agua Potable Drenaje	Ventilación	Natural Artificial	•
					Agua Tratada Electricidad	lluminación •	Natural Artificial	•
					Voz y Datos Télefono	Comunicación	Con zona de c	ontrol.
					Clima Internet	Tecnología		
					Seguridad	Otros		
COTAS	m	11.7	7.7		12		Total m2 =	90.09

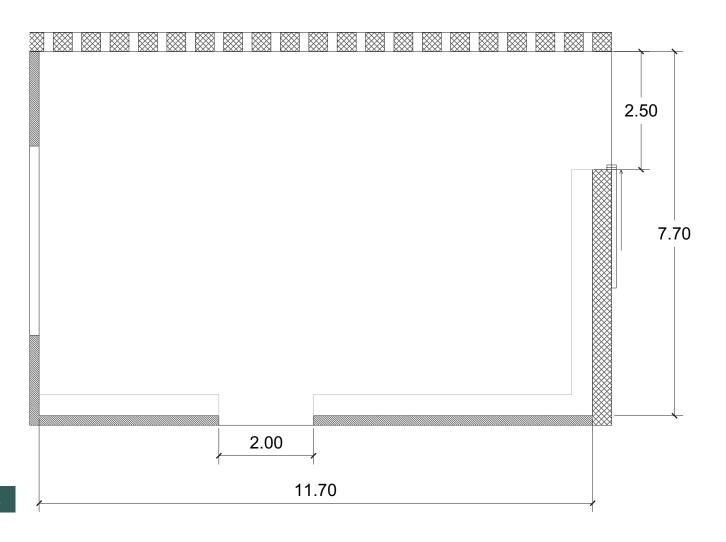

LUCES EN EL CAI	MINO							CLAVE	A-04
LOCAL	Control		# Locales	1			ACTIVIDADES		
OCUPACIÓN	Normal	Normal Máxima CONDICIONES DE DISEÑO				Controlar y verificar datos de los usarios.			
	3	5	Diseño en mo	obiliairo para	Fisonómico				
	Permanente	Temporal	poder control	lar el acceso.	TIPO DE		Complementario	)	•
HABITADOR	•	•			ESPACIO		Distributivo		
MOBILIARIO	No.	Х	Y	Z			SERVICIOS		
Sillas	2	0.4	0.4	0.9	Agua Potable		Ventilación	Natural	•
Barra de trabajo	1	5.8	0.6	0.75	Drenaje		ventilacion	Artificial	
Detector de metal	2	1.05	0.7	2	Agua Tratada Electricidad	•	Iluminación	Natural Artificial	•
					Voz y Datos Télefono	•	Comunicación	Con edificio B	
					Clima Internet	•	Tecnología		
					Seguridad	•	Otros		
COTAS	m	6	3.88					Total m2 =	23.28

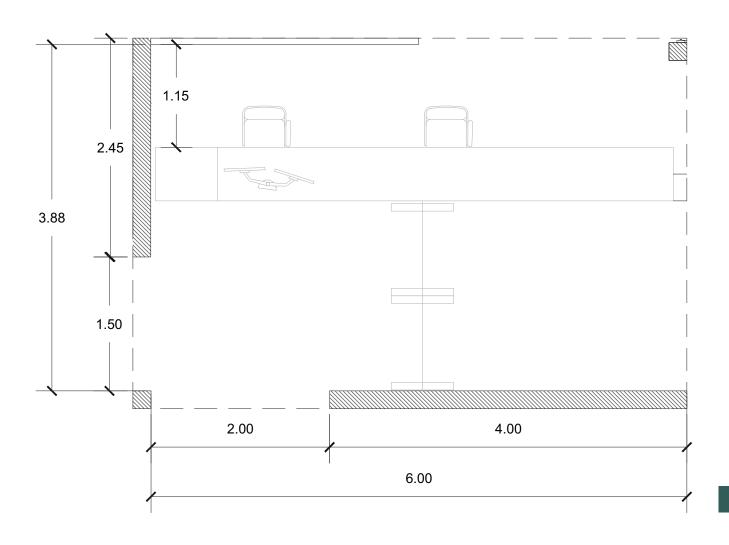


LUCES EN EL C	AMINO						CLAVE	A-05
LOCAL	Recepción		# Locales	1		ACTIVIDADES	•	
OCUPACIÓN	Normal	Máxima	CONDICIO		Recibir, esperar y estar.			
	2	5	Visibilidad e il	uminación		Fisonómico		
	Permanente	Temporal	adecuada.		TIPO DE	Complementario	)	•
HABITADOR	•	•			ESPACIO	Distributivo		
MOBILIARIO	No.	Х	, ,	Z		SERVICIOS		
Sillas Escritorio	1 1	0.4 1.8	0.4 0.7	0.9 0.75	Agua Potable Drenaje	Ventilación	Natural Artificial	•
Sillón	3	0.65	0.65	0.8	Agua Tratada Electricidad	Iluminación	Natural Artificial	•
					Voz y Datos • Télefono •	Comunicación	Con administra director y sala	,
					Clima Internet •	Tecnología		
					Seguridad	Otros		
COTAS	m	4.05	3.95				Total m2 =	16.00

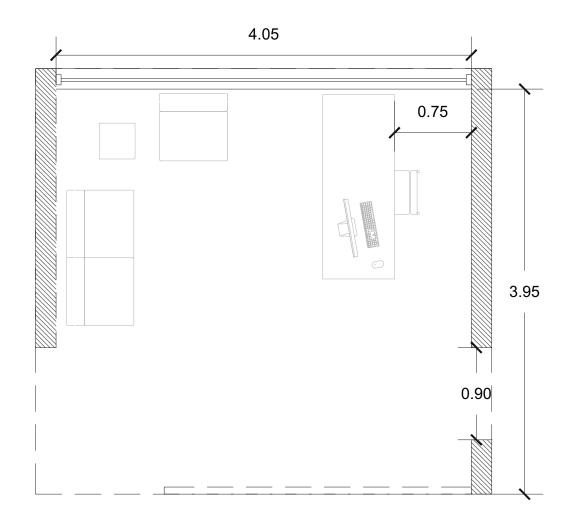


## OFICINA DE DIRECTOR

LUCES EN EL CAI	MINO							CLAVE	A-06		
LOCAL	Oficina Direct	or	# Locales	1		ACTIVIDADES					
OCUPACIÓN	Normal	Máxima	CONDICIO		Administración y organización de actividades del albergue.						
	1	3	Visibilidad y s	eguridad		Fisonómico					
	Permanente	Temporal	adecuada.		TIPO DE		Complementario	)	•		
HABITADOR	•				ESPACIO		Distributivo				
MOBILIARIO	No.	Х	Y	Z		S	ERVICIOS				
Sillas	1	0.4	0.4	0.9	Agua Potable		Ventilación	Natural	•		
Escritorio	1	4	0.6	0.75	Drenaje		ventilacion	Artificial			
Sillón	2	0.65	0.65	8.0	Agua Tratada		Iluminación	Natural	•		
Librero/ archivero	1	1.8	0.45	0.8	Electricidad	•	Hummacion	Artificial	•		
					Voz y Datos		Camazzaiaaaiáa	Con recepción	y sala de		
					Télefono	•	Comunicación	juntas.			
					Clima		T				
					Internet	•	Tecnología				
					Seguridad		Otros				
COTAS	m	5.7	2.93		•			Total m2 =	16.70		

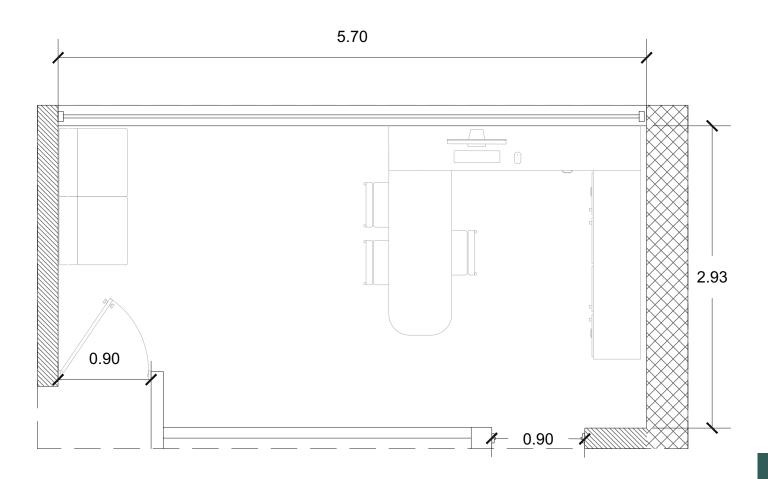


LUCES EN EL C	AMINO						CLAVE	A-07
LOCAL	Sala de Junta	S	# Locales	1		ACTIVIDADES		
OCUPACIÓN	Normal	Máxima		ONES DE EÑO	Organización en g	grupo del funcionamiento de	l albergue.	
	4	8	Muros de car	ncelería e		Fisonómico		
	Permanente	Temporal	iluminación a	idecuada.	TIPO DE	Complementario		•
HABITADOR		•			ESPACIO	Distributivo		
MOBILIARIO	No.	Х	Y	Z		SERVICIOS		
Sillas Mesa	6 1	0.4 1.75	0.4 1.2	0.9 0.75	Agua Potable Drenaje	Ventilación	Natural Artificial	•
					Agua Tratada Electricidad	Iluminación •	Natural Artificial	•
					Voz y Datos Télefono	Comunicación	Con recepción y administración.	
					Clima Internet	Tecnología •		
					Seguridad	Otros		
COTAS	m	4	2.88		•		Total m2 =	11.52

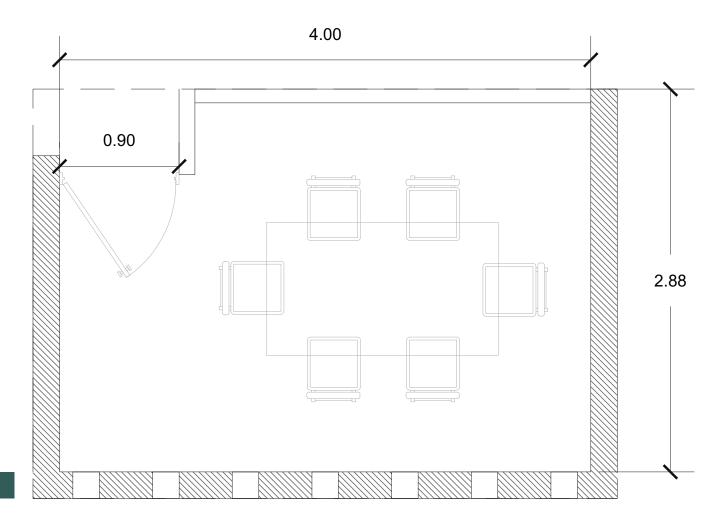


## DORMITORIO VOLUNTARIOS

LUCES EN EL C	AMINO						CLAVE	A-08
LOCAL	Dormitorio Vo	luntarios	# Locales	2		ACTIVIDADES	•	
OCUPACIÓN	Normal	Máxima	CONDICIO		Dormir y descansar.			
	2	2	Espacio con p	rivacidad		Fisonómico		•
	Permanente	Temporal	adecuada.		TIPO DE	Complementario	)	
HABITADOR	•				ESPACIO	Distributivo		
MOBILIARIO	No.	Х	Y	Z		SERVICIOS		
Cama Closet	2 1	1.9 1.8	1 0.6	0.5 0.75	Agua Potable Drenaje	Ventilación	Natural Artificial	•
					Agua Tratada Electricidad	Iluminación	Natural Artificial	•
					Voz y Datos Télefono	Comunicación	Con espacios del departame	
					Clima Internet	Tecnología		
					Seguridad	Otros		
COTAS	m	4.2	3.75		,		Total m2 =	15.75

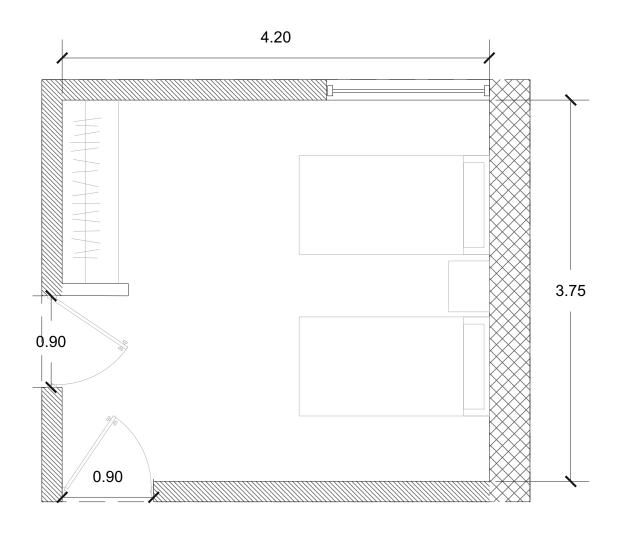


## DORMITORIO DIRECTOR

LUCES EN EL C	AMINO							CLAVE	A-08
LOCAL	Dormitorio Dir	ector	# Locales	1			ACTIVIDADES	•	
OCUPACIÓN	Normal	Máxima	CONDICIO		Dormir y descansar.				
	1	1	Espacio con p	rivacidad			Fisonómico		•
	Permanente	Temporal	adecuada.		TIPO DE		Complementario	)	
HABITADOR	•				ESPACIO		Distributivo		
MOBILIARIO	No.	Х	Y	Z			SERVICIOS		
Cama	1	1.9	1	0.5	Agua Potable	•	Ventilación	Natural	•
Closet	1	2.9	0.6	0.75	Drenaje	•	veniliacion	Artificial	
Baño	1	2.5	1.7	2.8	Agua Tratada Electricidad	•	Iluminación	Natural Artificial	•
					Voz y Datos Télefono		Comunicación	Con espacios del departame	
					Clima Internet	•	Tecnología		
COTAS		5.8	5		Seguridad		Otros	Total m2 -	20.00
CUTAS	m	ე.გ	ວ					Total m2 =	29.00

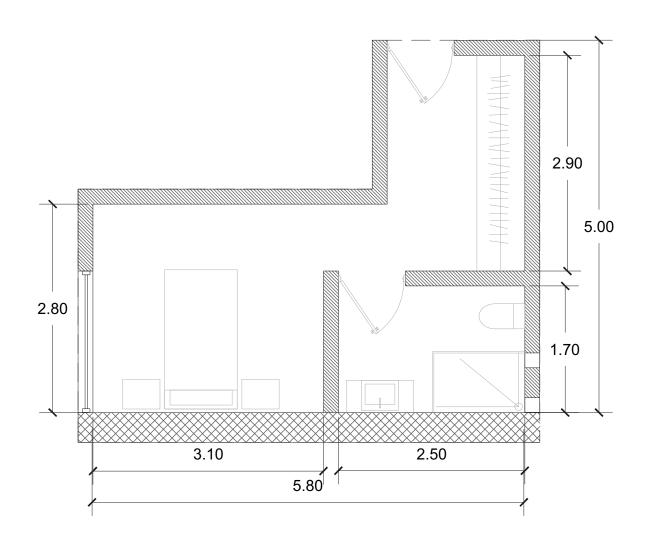


## COMUNICACIONES

LUCES EN EL C	AMINO							CLAVE	B-01
LOCAL	Área de Com	unicaciones	# Locales	1		AC	TIVIDADES	•	
OCUPACIÓN	Normal	Máxima		ONES DE EÑO	Hablar vía telefónica y vía internet con familiar			res.	
	15 22 Espacio amplio con la Fisonómico								
	Permanente	Temporal	tecnología ne	ecesaria y	TIPO DE		)	•	
HABITADOR		•	vista a espac	ios verdes.	ESPACIO		Distributivo		
MOBILIARIO	No.	Х	Y	Z		S	ERVICIOS		
Sillas	10	0.4	0.4	0.9	Agua Potable		Ventilación	Natural	•
Mesa	1	9	0.65	0.75	Drenaje		venillacion	Artificial	
					Agua Tratada Electricidad	•	Iluminación	Natural Artificial	•
					Voz y Datos		Comunicación	Con espacios v	verdes
					Télefono	•	Comunicación	internos y exte	rnos.
					Clima		T 1 ( -	Computadoras	у
					Internet	•	Tecnología	teléfonos.	
					Seguridad		Otros		
COTAS	m	9.6	6.48		•			Total m2 =	62.21

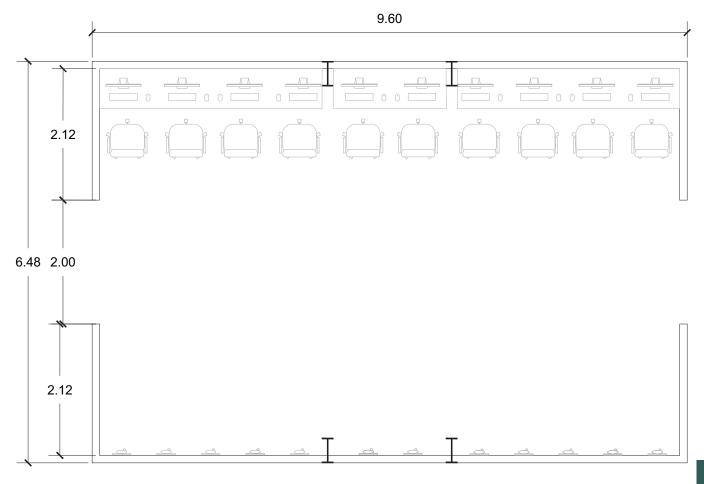


LUCES EN EL C	AMINO						CLAVE	B-02
LOCAL	Área de Resg	uardo	# Locales	1		ACTIVIDADES	•	
OCUPACIÓN	Normal	Máxima	CONDICION DISEÑ		Guardar pertenecias personales de los usario		S.	
	75	108	Espacio seguro	para		Fisonómico		
	Permanente	Temporal	resguardo de		TIPO DE	Complementario	)	•
HABITADOR		•	pertenencias.		ESPACIO	Distributivo		
MOBILIARIO	No.	Х	Y	Z		SERVICIOS		
Lockers	10	0.4	0.4	0.4	Agua Potable Drenaje	Ventilación	Natural Artificial	•
					Agua Tratada Electricidad	Iluminación	Natural Artificial	•
					Voz y Datos Télefono	Comunicación	Con entrega d	e sábanas.
					Clima Internet	Tecnología		
					Seguridad	Otros		
COTAS	m	4	2.78				Total m2 =	11.12

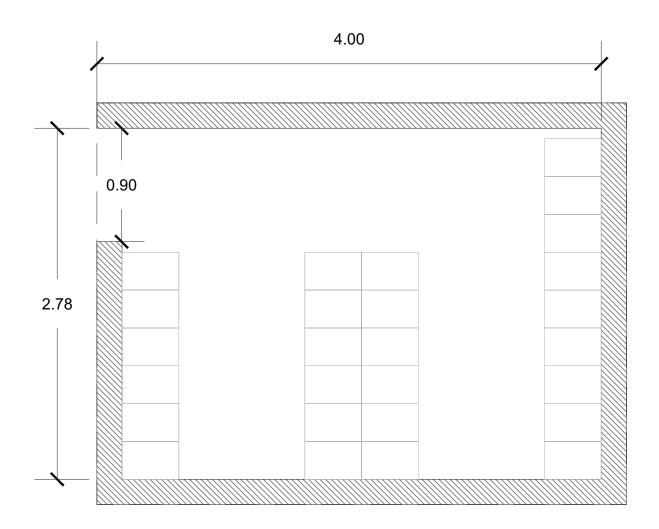


## LAVANDERÍA

LUCES EN EL C	AMINO							CLAVE	B-03
LOCAL	Lavandería		# Locales	1			ACTIVIDADES	•	
OCUPACIÓN	Normal	Máxima		CONDICIONES DE La DISEÑO		Lavado de sábanas y toallas del albergue.			
	8	16	Espacio con v	entilación			Fisonómico		
	Permanente	Temporal	adecuada.		TIPO DE		Complementario	)	•
HABITADOR		•			ESPACIO		Distributivo		
MOBILIARIO	No.	Χ	Y	Z			SERVICIOS		
Lavadoras	16	0.7	0.85	1	Agua Potable Drenaje	•	Ventilación	Natural Artificial	•
					Agua Tratada Electricidad		Iluminación	Natural Artificial	•
					Voz y Datos Télefono		Comunicación	Con entrega d	e sábanas.
					Clima Internet		Tecnología		
					Seguridad		Otros		
COTAS	m	5.68	4.2		,			Total m2 =	23.86

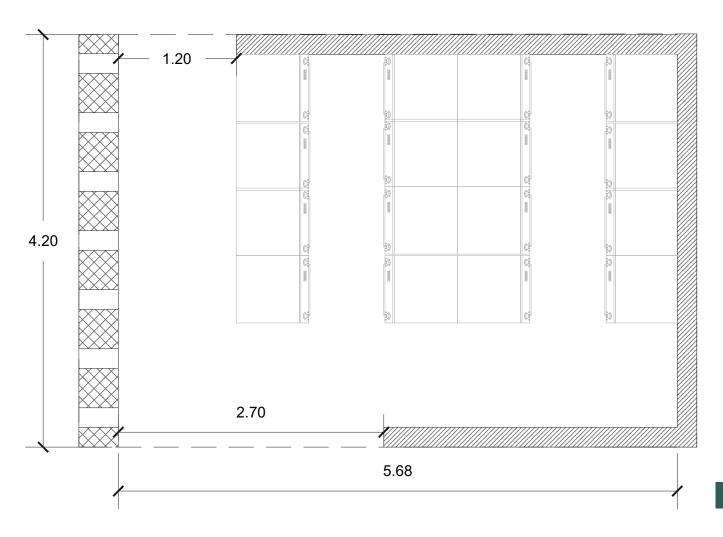


LUCES EN EL C	AMINO							CLAVE	B-04
LOCAL	Consultorio M	édico	# Locales	3			ACTIVIDADES	•	
OCUPACIÓN	Normal	Máxima	CONDICION	ONES DE EÑO	Revisión médica a	usarios.			
	2	3	Espacio con	equipos			Fisonómico		•
	Permanente	Temporal	necesarios pa	ara la	TIPO DE		Complementario	)	
HABITADOR	•	•	atención méd	dica.	ESPACIO		Distributivo		
MOBILIARIO	No.	Х	Y	Z			SERVICIOS		
Sillas	1	0.4	0.4	0.9	Agua Potable		Vantilogián	Natural	•
Escritorio	1	1.88	0.9	0.75	Drenaje	•	Ventilación	Artificial	
Cama	1	1.9	1	0.7	Agua Tratada	•	Iluminación	Natural	•
Tarja	1	0.52	0.52	0.9	Electricidad	•	Hummacion	Artificial	•
Banca	1	1.55	0.5	0.5	Voz y Datos Télefono		Comunicación	Con bodegas y de emergencia	
					Clima Internet		Tecnología	Básica para ur médica.	n atención
					Seguridad		Otros		
COTAS	m	5.9	3.8					Total m2 =	22.42

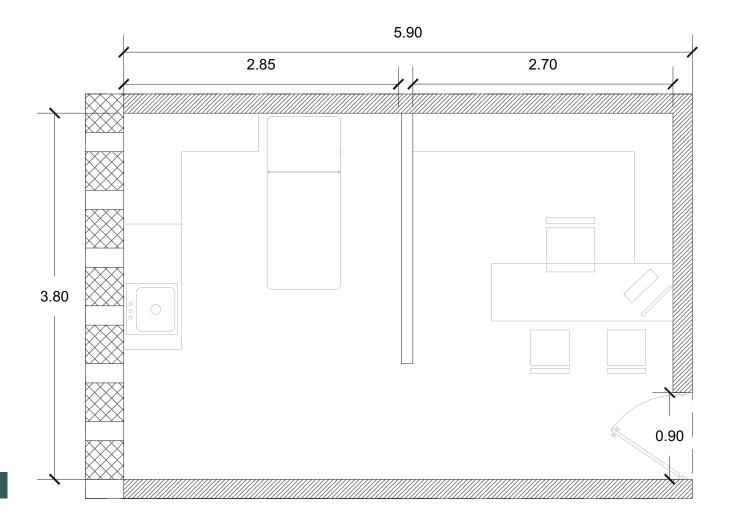


## ATENCIÓN PSICOLÓGICA


LUCES EN EL C	AMINO						CLAVE E	3-05
LOCAL	Atención Psic	ológica	# Locales	2		ACTIVIDADES		
OCUPACIÓN	Normal	Máxima	CONDICIO		Platicar, escuchar y	recibir ayuda psicológica.		
	2	2	Espacio con p	orivacidad e		Fisonómico		
	Permanente	Temporal	iluminación na	atural	TIPO DE	Complementario	)	•
HABITADOR		•	adecuada.		ESPACIO	Distributivo		
MOBILIARIO	No.	Х	Υ	Z		SERVICIOS		
Sillón Mesa	2 1	1.2 0.45	0.6 0.45	0.9 0.75	Agua Potable Drenaje	Ventilación	Natural Artificial	•
					Agua Tratada Electricidad	lluminación •	Natural Artificial	•
					Voz y Datos Télefono	Comunicación	Con consultorios y acceso de servicio	
					Clima Internet	Tecnología		
					Seguridad	Otros		
COTAS	m	3.2	3	•			Total m2 =	9.60

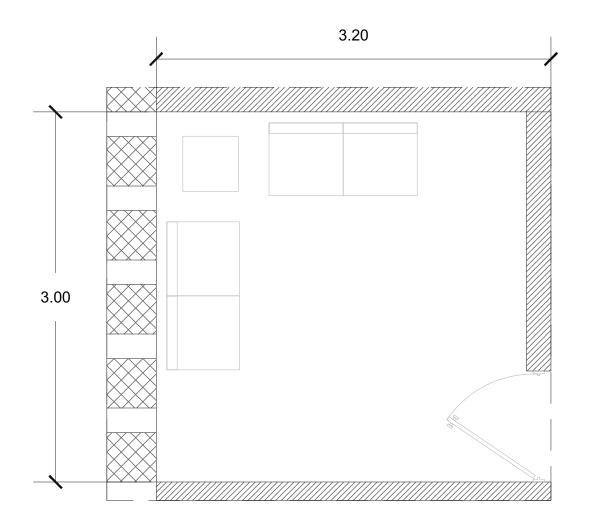


LUCES EN EL C	AMINO						CLAVE	C-01
LOCAL	Talleres		# Locales	3		ACTIVIDADES		
OCUPACIÓN	Normal	Máxima	CONDICI	ONES DE EÑO	Dar cursos, plática	s y realizar acividades en b	eneficio de los	s usarios.
	15	25	Espacios dina	ámicos ya		Fisonómico		
	Permanente	Temporal	que son mod	ulares, asì	TIPO DE	Complementario	)	•
HABITADOR		•	como condici iluaminación		ESPACIO	Distributivo		
MOBILIARIO	No.	Х	Υ	Z		SERVICIOS		
Sillas	24	0.4	0.4	0.9	Agua Potable	Ventilación	Natural	•
Escritorio	1	1.2	0.45	0.75	Drenaje	ventilacion	Artificial	
					Agua Tratada Electricidad	Iluminación	Natural Artificial	•
					Voz y Datos Télefono	Comunicación	Con espacios internos y exte	
					Clima	T	Básica para po	oder
					Internet	Tecnología	reproducir con	frencias.
					Seguridad	Otros		
COTAS	m	7.95	5.8		•		Total m2 =	46.11

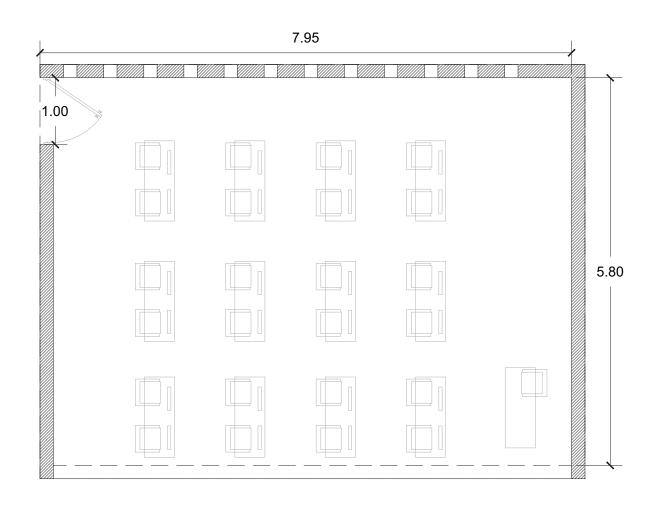


LUCES EN EL C	AMINO							CLAVE	C-02
LOCAL	Sanitarios		# Locales	4			ACTIVIDADES		
OCUPACIÓN	Normal	Máxima	CONDICIO		Necesidad básica	s de los ι	ısarios y locatarios		
	4	7	Ventilación ac	decuada,			Fisonómico		•
	Permanente	Temporal	mobilairio de	uso rudo.	TIPO DE		Complementario	)	
HABITADOR		•			ESPACIO		Distributivo		
MOBILIARIO	No.	Х	' Y	Z			SERVICIOS		
Lavabos Wc	2 4	4.25 1	0.4 1.3	0.9 0.6	Agua Potable Drenaje	•	Ventilación	Natural Artificial	•
Mingitorios	3	0.35	0.32	0.7	Agua Tratada Electricidad	•	Iluminación	Natural Artificial	•
					Voz y Datos Télefono		Comunicación	Con espacios internos y exte	
					Clima Internet		Tecnología		
					Seguridad		Otros		
COTAS	m	5.8	6		•			Total m2 =	34.80

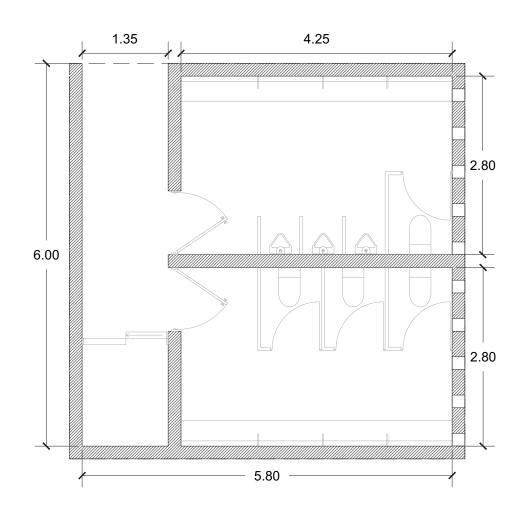


LUCES EN EL C	AMINO						CLAVE	C-03
LOCAL	Comedor		# Locales	2.3		ACTIVIDADES		
OCUPACIÓN	Normal	Máxima	CONDICIO		Comer y covivir.			
	90	144	Vista a espaci	os verdes		Fisonómico		•
	Permanente	Temporal	interiores por	tanto	TIPO DE	Complementario	)	
HABITADOR		•	ventilación e il adecuada.	uminación	ESPACIO	Distributivo		
MOBILIARIO	No.	Х	Υ	Z		SERVICIOS		
Sillas	62	0.4	0.4	0.9	Agua Potable	Ventilación	Natural	•
Mesa tipo 1	5	2.16	8.0	0.75	Drenaje	ventilacion	Artificial	
Mesa tipo 2	2	2.94	8.0	0.75	Agua Tratada	lluminación	Natural	•
Mesa tipo 3	1	5.5	8.0	0.75	Electricidad	•	Artificial	•
					Voz y Datos	Camazzaianaián	Con espacios v	verdes
					Télefono	Comunicación	internos y cocin	na.
					Clima	T		
					Internet	Tecnología		
					Seguridad	Otros		
COTAS	m	11.55	10.4		•		Total m2 =	120.12

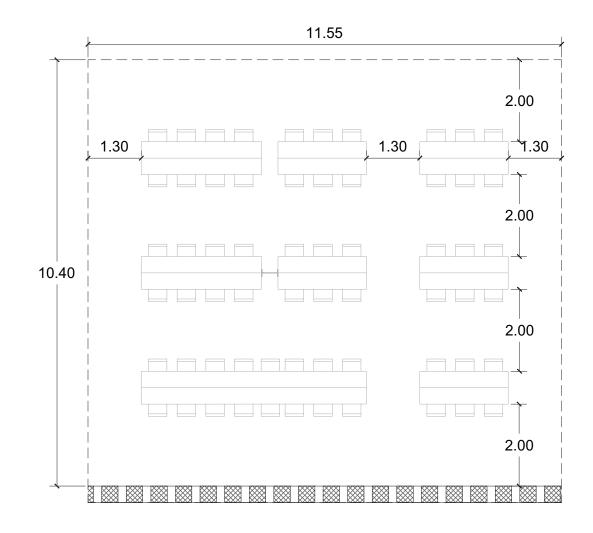


LUCES EN EL CAM	IINO							CLAVE	C-04
LOCAL	Cocina		# Locales	1			ACTIVIDADES		
OCUPACIÓN	Normal	Máxima	CONDICIO		Preparación de ali	imentos.			
	10	14	Ventilación e	iluminación			Fisonómico		•
	Permanente	Temporal	adecuada.		TIPO DE		Complementario	)	
HABITADOR	•	•			ESPACIO		Distributivo		
MOBILIARIO	No.	Х	Y	Z			SERVICIOS		
Tarja	6	0.52	0.52	0.9	Agua Potable	•	Vantilogián	Natural	•
Preparación caliente	1	10	0.95	0.9	Drenaje	•	Ventilación	Artificial	•
Preparación fría	1	7.5	0.95	0.9	Agua Tratada	•	Iluminación	Natural	•
Refrigerador	4	1	0.9	1.8	Electricidad	•	numinacion	Artificial	•
Mesa control	1	1.2	0.5	0.75	Voz y Datos		Comunicación	Con comedor y	/ zona de
Baño	1	1.42	1.82	2.8	Télefono		Comunication	servicio	
					Clima		Tanalasía		
					Internet		Tecnología		
					Seguridad		Otros		
COTAS	m	17.6	8					Total m2 =	140.80

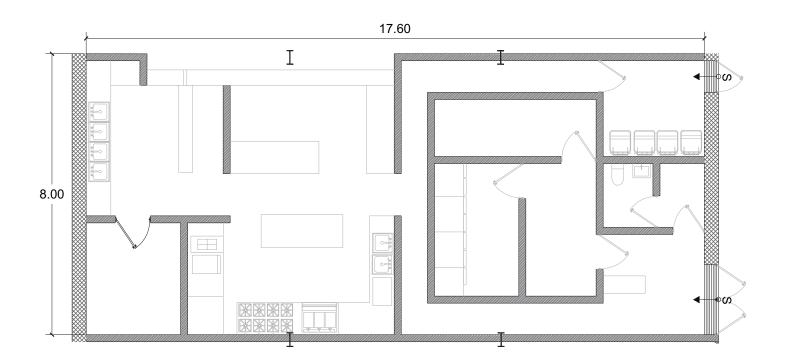


LUCES EN EL CA	AMINO						CLAVE	D-01
LOCAL	Dormitorio		# Locales	60		ACTIVIDADES		
	Normal	Máxima	CONDICIO	NES DE	Descansar, dormi	r y tener privacidad.		
OCUPACIÓN			DISE	ÑO				
	4	6	Diseño de mo	biliario fijo		Fisonómico		•
	Permanente	Temporal	para uso rudo	•	TIPO DE	Complementario	)	
HABITADOR	•	•	condiciones de iluminación.	e ventilación				
MOBILIARIO	No.	Х	Υ	Z		SERVICIOS		
Litera	3	1.9	0.96	1.45	Agua Potable	Ventilación	Natural	•
Locker	4	0.8	0.96	1.05	Drenaje	ventilacion	Artificial	
					Agua Tratada	Iluminación	Natural	•
					Electricidad	•	Artificial	•
					Voz y Datos	Comunicación	Baños, sala co	mún y
					Télefono	Comunicación	patio interior.	
					Clima	Tecnología		
					Internet	rechologia		
					Seguridad	Otros		
COTAS	m	4.7	3.2				Total m2 =	15.04

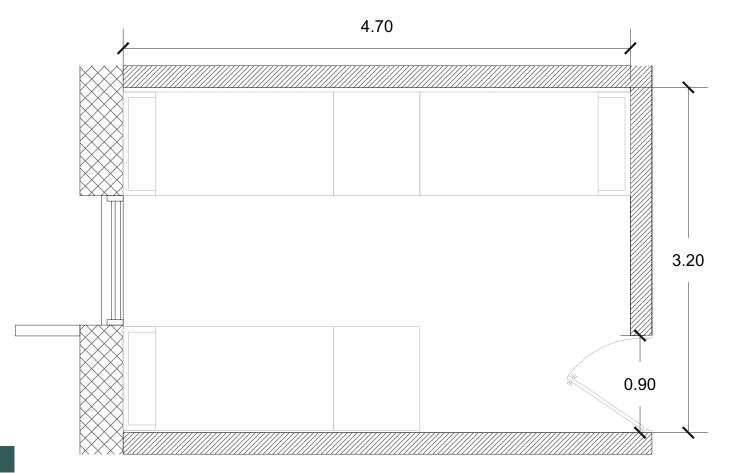


LUCES EN EL C	AMINO						CLAVE	D-02
LOCAL	Sala Común		# Locales	2		ACTIVIDADES		
OCUPACIÓN	Normal	Máxima	CONDICIO		Descansar, leer, ju	gar, convivir.		
	4	6	Flexible en cu	uanto a		Fisonómico		
	Permanente	Temporal	diseño, vista	е	TIPO DE	Complementario	)	
HABITADOR		•	iluminación p objetivo de co	•	ESPACIO	Distributivo	·	
MOBILIARIO	No.	Х	Υ	Z		SERVICIOS		
Sillas	6	0.4	0.4	0.9	Agua Potable	Mantilanión	Natural	•
Sillón	13	0.65	0.65	0.8	Drenaje	Ventilación	Artificial	
Mesa	3	0.84	0.5	0.55	Agua Tratada	Usania a sida	Natural	•
Escritorio	1	2.18	0.6	0.75	Electricidad	Iluminación •	Artificial	•
Librero	1	0.45	5.9	2.8	Voz y Datos Télefono	Comunicación	Dormitorios, ac patio interior.	cceso y
					Clima	<b>T</b>		
					Internet	Tecnología		
					Seguridad	Otros		
COTAS	m	6.5	5.92		,		Total m2 =	38.48

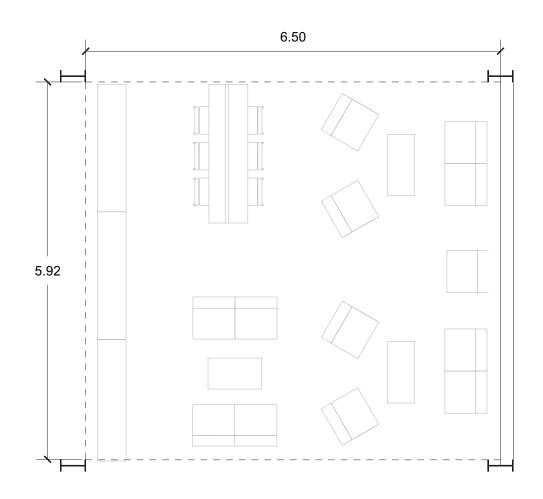


LUCES EN EL C	AMINO							CLAVE	D-03
LOCAL	Regaderas		# Locales	4			ACTIVIDADES	•	
OCUPACIÓN	Normal	Máxima	CONDICIO DISE		Bañarse.				
	7	10	mobiliario de u	iso rudo y			Fisonómico		•
	Permanente	Temporal	buenas condic	iones de	TIPO DE		Complementario	)	
HABITADOR		•	temperatura.		ESPACIO		Distributivo		
MOBILIARIO	No.	Х	Υ	Z			SERVICIOS		
Regaderas	7	0.9	1.18	1.8	Agua Potable Drenaje	•	Ventilación	Natural Artificial	•
					Agua Tratada Electricidad	•	Iluminación	Natural Artificial	•
					Voz y Datos Télefono		Comunicación	Vestidores y sa	anitarios.
					Clima Internet		Tecnología		
					Seguridad		Otros		
COTAS	m	5.9	3.64		-			Total m2 =	21.48

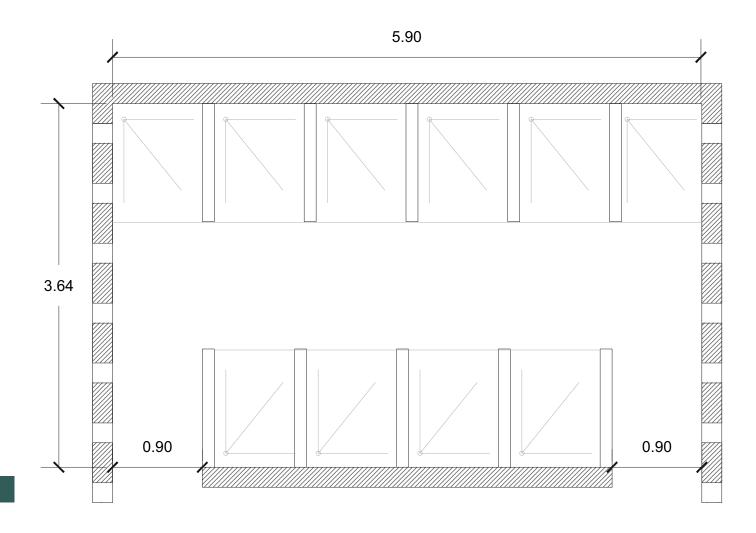

LUCES EN EL C	AMINO						CLAVE	D-04
LOCAL	Lavaderos		# Locales	4		ACTIVIDADES		
OCUPACIÓN	Normal	Máxima	CONDICIO		Lavar y secar la ro	opa de los usarios.		
	7	14	Mobiliairo de	concreto		Fisonómico		
	Permanente	Temporal	debido a uso	exterior.	TIPO DE	Complementario		•
HABITADOR		•			ESPACIO	Distributivo		
MOBILIARIO	No.	Χ	<del>'</del> Ү	Z		SERVICIOS		
Lavaderos	7	8.0	0.82	0.85	Agua Potable Drenaje	Ventilación	Natural Artificial	•
					Agua Tratada Electricidad	• Iluminación	Natural Artificial	•
					Voz y Datos Télefono	Comunicación	Dormitorios y e verdes.	espacios
					Clima Internet	Tecnología		
					Seguridad	Otros		
COTAS	m	6.8	6.15		•		Total m2 =	41.82

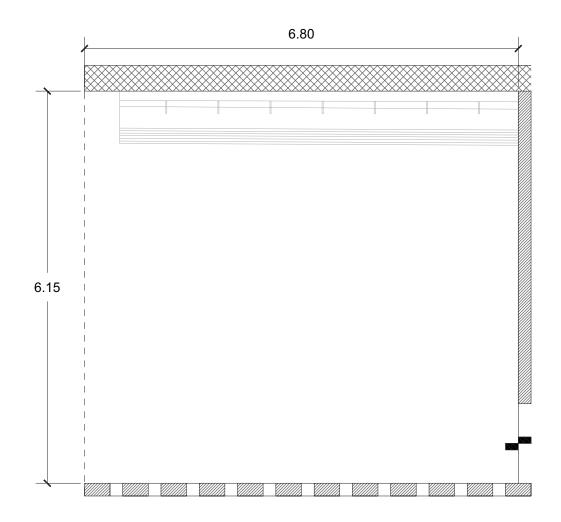

LUCES EN EL C	AMINO							CLAVE	E-01
LOCAL	Capilla		# Locales	1			ACTIVIDADES	•	
OCUPACIÓN	Normal	Máxima	CONDICIO		Oración, reflexión	y medita	ción.		
	36	48	Mobiliario de o	concreto			Fisonómico		
	Permanente	Temporal	debido a uso	exterior,	TIPO DE		Complementario	)	•
HABITADOR		•	vista a espaci espejo de agu	•	ESPACIO		Distributivo		
MOBILIARIO	No.	Х	Υ	Z			SERVICIOS		
Bancas	12	2.5	0.5	0.55	Agua Potable Drenaje	•	Ventilación	Natural Artificial	•
					Agua Tratada Electricidad	•	Iluminación	Natural Artificial	•
					Voz y Datos Télefono		Comunicación	Espacios verde visual.	es y eje
					Clima Internet		Tecnología		
					Seguridad		Otros		
COTAS	m	14.23	10.14					Total m2 =	144.29

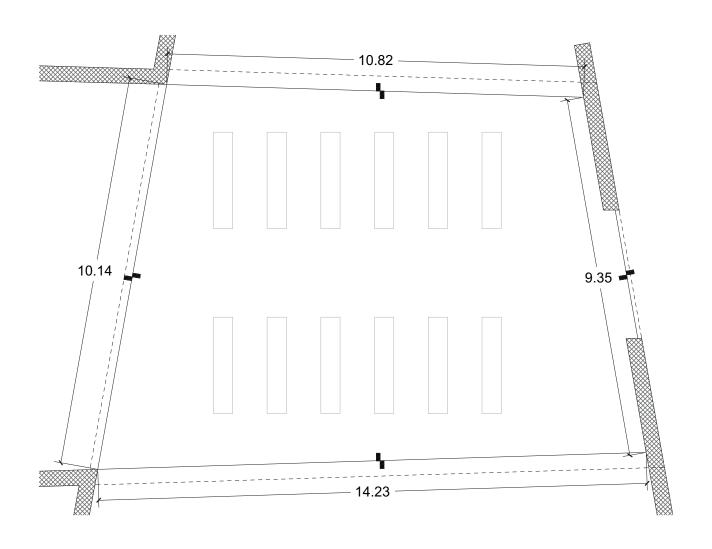

## TABLA DE ÁREAS

ÁREA	CÉDULA	ESPACIO	ÁREA (M2)
	A-08	Dormitorio voluntarios	15.75
ESPACIOS FISIONÓMICOS	A-09	Dormitorio Director	29
IONÓ	B-04	Consultorio Médico	22.42
S FIS	C-02	Sanitarios	22.42
CIO	C-03	Comedor	120.12
SPA	C-04	Cocina	140.8
ш	D-01	Dormitorio	15.04
	D-03	Regaderas	21.48
so/	A-02	Circulación Vertical	6.11
ACIO; IBUTIN	A-03 Vestíbulo		90.09
ESP. DISTRI	D-02	Sala Común	38.48
RIOS	A-01	Estacionamiento	910.11
NTA	A-04	Control	23.28
EME	A-05	Recepción	16
COMPL	A-06	Oficina Director	16.7
ESPACIOS COMPLEMENTARIOS	A-07	Sala de Juntas	11.52
ESP/	B-01	Comunicaciones	62.21
	B-02	Área de Resguardo	11.12
	B-03	Lavandería	23.86
	B-05	Atención Psicológica	9.6
	C-01	Talleres	46.11
	D-04	Lavaderos	41.82
	E-01	Capilla	144.29

Área del terreno: 18 000 m2 Área construida: 4 746 m2

Áreas exteriores pavimentadas: 3 986 m2 Áreas jardinadas/permeables: 9 268 m2

## REQUISITOS CUANTITATIVOS/CUALITATIVOS DE NECESIDAD Y SUFICIENCIA

	ÁREA	CÉDULA	ESPACIO	# LOCALES	INSTALACIONES		NACIÓN ARTIFICIAL	VENTILACIÓN NATURAL ARTIFICIAL	ORIENT.	ÁREA (M2)
		A-08	Dormitorio voluntarios	2	Electricidad Internet	•	•	•	Sur-Oeste	15.75
		A-09	Dormitorio Director	1	Electricidad Internet Agua Potable Drenaje	•	•	•	Sur-Oeste	29
	cos	B-04	Consultorio Médico	3	Electricidad Agua Tratada Drenaje	•	•	•	Sur-Este	22.42
	ESPACIOS FISIONÓMICOS	C-02	Sanitarios	4	Electricidad Agua Tratada Drenaje	•	•	•	Nor-Este	22.42
	ACIOS F	C-03	Comedor	2.3	Electricidad	•	•	•	Sur-Oeste	120.12
	ESP	C-04	Cocina	1	Electricidad Agua Potable Tratada Drenaje	•	•		Nor-Este	140.8
		D-01	Dormitorio	60	Electricidad	•	•	•	Este y Oeste	15.04
		D-03	Regaderas	4	Electricidad Agua Potable Drenaje	•	•	•	Sur y Norte	21.48
I	S VOS	A-02	Circulación Vertical	4		•	•	•		6.11
	ESPACIOS DISTRIBUTIVOS	A-03	Vestíbulo	1	Electricidad	•	•	•	Sur-Oeste	90.09
	E DIST	D-02	Sala Común	2	Electricidad Internet	•	•	•	Sur y Norte	38.48
		A-01	Estacionamient o	1	Electricidad Seguridad Agua Tratada Drenaje	•	•	•	Nor-Oeste	910.11
	ESPACIOS COMPLEMENTARIOS	A-04	Control	1	Electricidad Voz y Datos Tel Internet Seguridad	•	•	•	Norte	23.28
	COMPLEM	A-05	Recepción	1	Electricidad Voz y Datos Tel Internet	•	•	•	Sur-Oeste	16
	ACIOS	A-06	Oficina Director	1	Electricidad Tel Internet	•	•	•	Sur-Oeste	16.7
	ESF	A-07	Sala de Juntas	1	Electricidad Internet	•	•	•	Nor-Oeste	11.52
		B-01	Comunicacione s	1	Electricidad Internet Telefono	•	•	•	Sur-Oeste	62.21

ÁREA	CÉDULA	ESPACIO	# LOCALES	INSTALACIONES	ILUMI NATURAL	nación Artificial	VENTILACIÓN NATURAL ARTIFICIAL	ORIENT.	ÁREA (M2)
	B-02	Área de Resguardo	1	Electricidad	•	•	•	Sur-Oeste	11.12
NTARIOS	B-03	Lavandería	1	Electricidad Agua Potable Drenaje	•	•	•	Oeste	23.86
ESPACIOS COMPLEMENTARIOS	B-05	Atención Psicológica	2	Electricidad	•	•	•	Sur-Este	9.6
cios co	C-01	Talleres	3	Electricidad Internet	•	•	•	Sur-Oeste	46.11
ESPA	D-04	Lavaderos	4	Drenaje Agua Tratada	•	•	•	Este y Oeste	41.82
	E-01	Capilla	1	Electricidad Drenaje Agua Tratada	•	•	•	Nor-Oeste y Sur-Este	144.29

# 

## FACTIBILIDAD ECONÓMICA

- Presupuesto de inversión
- Presupuesto de obra
- Programa de obra
- Honorarios
- Programa de inversión
- Fundaciones para mantenimiento

## PRESUPUESTO DE INVERSIÓN

concepto	incidencia	pesos	observaciones
tipo de cambio	%	\$	
adquisición del terreno	32.75%		18.4% de ingresos aprox.
gastos notariales	2.62%		8% valor de inmueble
levantamiento y planos estado actual	0.02%	10,000.00	
costo avalúo	0.08%	40,500.00	2.5 al millar
Director Responsable de Obra Demolición	0.00%	-	\$6 m2
Corresponsable en Diseño Urbano Arquitectónico	0.00%	- 71,190.00	\$6 m2
Corresponsable en Instalaciones Corresponsable Estructural	0.14% 0.14%	71,190.00	·
Director Responsable de Obra Nueva	0.24%	118,650.00	
		110,050.00	
Estudio Impacto Ambiental	0.00%	-	\$25 m2
Licencia Demolición	0.00%	-	\$7.5 m2
Alinemiento y número oficial, certificado uso de suelo	0.01%		codigo financiero
Licencia de construcción	0.29%	142,380.00	
Aprovechamiento de vialidad Factibilidad D.G.C.O.H.	0.00% 0.96%	- 474,600.00	\$50 m2 \$100 m2
Aportación CFE	1.44%	711,900.00	•
Contrato CFE	0.10%		compañía de luz
Pago por consumo de luz	0.00%	-	compañía de luz
Trámites y Gestiones	0.22%	106 710 40	8% sobre pago de tramites
Manifestación de Terminación de Obra	0.00%	100,710.40	código financiero
Avalúo Inmobiliario	0.00%	_	2,5 al millar
Regimen de condominio	0.00%	_	\$8.5 m2
Regimen de condominio deptos	0.00%	-	\$3500 depto
	0.00%	-	43300 depto
Pago del Servicio de Agua	0.00%	-	
Impuesto Predial		1 041 160 64	aranadaa
proyecto arquitectonico	3.92% 0.87%	1,941,169.64	
proyecto estructural	3.3.7	429,483.78	
proyecto instalaciones	1.54%	762,879.67	
construcción	36.20%	17,903,700.00	
indirectos, utilidad y honorarios	7.96%	3,938,814.00	
imss e infonavit	2.90%	, ,	8% de construcción
placa sindicato	0.06%	30,000.00	según parámetros utilizados en el medio
gratificaciones varias	0.05%	25,000.00	patrullas
imprevistos	1.81%		5% de obra
asesorías legales, contables, etc.	0.24%	118,650.00	0 1
gastos asociados al crédito	0.00%	-	2% monto crédito solicitado
intereses durante la construcción	0.00%	-	
comisión de ventas	0.00%	-	4% de ventas
equipamiento y mobiliario	3.62%	1,790,370.00	
armado de negocio y gestión inmobiliaria y publicidad	1.81%		5% de obra
total	100%	49,460,853.49	

5,104.30 costo m2

## PRESUPUESTO DE OBRA

 COSTO DE OBRA S X CBM X FC	M2	\$/M2	TOTAL MN
Terreno	18,000.00	900.00	16,200,000.00 Costo de obra
con acabados	4746.00	7245.00	34384770.00
areas exteriores pavimentaas	3,986.00	300.00	1,195,800.00
areas jardinadas	9,268.00	100.00	926,800.00
TOTAL	22 746 00		36.507.370.00

## PROGRAMA DE OBRA

INCIDENCIA %	PESOS \$
1.00%	373,063.26
15.00%	5,595,948.90
30.00%	5,371,110.00
17.00%	3,043,629.00
2.00%	358,074.00
2.50%	447,592.50
3.00%	537,111.00
0.50%	89,518.50
25.00%	4,475,925.00
3.00%	537,111.00
0.50%	89,518.50
0.50%	89,518.50
	% 1.00% 15.00% 30.00% 17.00% 2.00% 2.50% 3.00% 0.50% 3.00% 0.50%

21,008,120.16

TOTAL 100.00% **36,507,370.00** 

#### HONORARIOS

HONORARIOS= CO X FS X FR/100

FACTOR DE SUPERFICIE= 15-(2.5 X LOG(S))

FACTOR DE SUFERCIE = 15-(2.5 X LOG (4746 M2))

= 5.8

HONORARIOS = 36 507 370.00 X 5.8 X 1.0/100

= \$ 3 133 533.09

#### **HONORARIOS DESGLOSADOS**

K formal y funcional - ARQUITECTÓNICO 4.000
K cimentación y estructura - CONSTRUCTIVO 0.885
K electromecánicos - INSTALACIONES 6.457

H-FF \$ 1,941,169.64 H-CE \$ 429,483.78 H-ELEM \$ 762,879.67

SUMA = \$ 3 133 533.09

#### PROGRAMA DE INVERSIÓN

DONACIÓN = \$ 20 308 000.00


COSTO DEL PROYECTO = \$ 36,507,370.00

COSTO DEL TERRENO = \$ 16 200 000.00

**COSTO OBRA** = \$ 20 307 370.00

#### FUNDACIONES E INSTITUCIONES DE SOSTÉN Y APOYO

- Secretaria de Salud a través del Instituto de Salud del Estado de México (ISEM).
- · Organización No Gubernamental (ONG) Médicos sin Fronteras.
- Secretaría de Seguridad Ciudadana (SSC).
- Cuerpo de elementos de la Dirección de Protección Civil, Bomberos y Servicios pre-hospitalarios del Municipio de Huehuetoca.
- Comisión Nacional de los Derechos Humanos (CNDH).
- Comisión de Derechos Humanos del Estado de México (CODHEM)
- Parroquias de la diócesis de Cuautitlán.
- Instituto Nacional de Migración (INM).

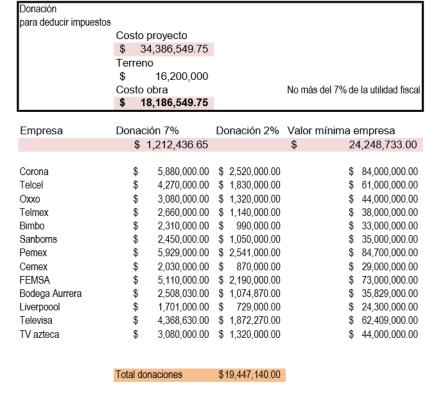

El proyecto será fondeado a través de aportes de benefactores, tanto de organizaciones civiles como de empresas privadas que busquen contribuir a través de donaciones.

## 

## CONCEPTO

- Luces en el camino
- Concepto
- Protección
- Esperanza
- Recuperación
- Sustentabilidad

## LUCES EN EL CAMINO

Luces en el camino es un proyecto integral que propone que la ayuda brindada por la institución no se limite solo a ofrecer un lugar donde dormir y alimentarse, va más allá de eso pues se propone brindar servicios complementarios de asistencia psicosocial, atención médica, asesoría en derechos humanos, asesoría legal, realización de acciones educativas en torno a temas de interés como prevención de adicciones, promoción y auto-cuidado de la salud, derechos humanos. Además de servir de enlace con organizaciones públicas y privadas para la atención de necesidades específicas de los migrantes; con servicios que no tienen ningún costo para ellos.

Establecer de manera segura sus proyectos migratorios y donde puedan acceder a servicios públicos y privados de asistencia social, mejoramiento de las condiciones de salud, opciones de empleo y apoyo de derechos humanos.

La idea es que en el futuro Luces en el Camino se pueda utilizar como modelo de albergue integral para crear una red de refugios alrededor de las rutas más transitadas y de esta manera poder darle a los migrantes un espacio digno para descansar y poder seguir su ruta.


Es muy importante que en el albergue existan espacios para que los migrantes puedan descansar, pero también en donde puedan convivir y crear nuevos lazos con otras personas que estén haciendo el mismo recorrido, ya que esto permite tener una red de apoyo entre ellos y así fortalecer el sentido de comunidad, la solidaridad y seguridad.

Los migrantes también deben tener un espacio en donde puedan comunicarse con sus familiares, ya que la mayoría deja atrás a sus familias para buscar mejores oportunidades, es por eso que en el albergue se propone un centro de comunicaciones, en donde existan teléfonos públicos y computadoras con internet.

Muchos migrantes no tienen conocimiento de sus derechos, y algunos por el desplazamiento tienen problemas de deshidratación, heridas no tratadas, infecciones etc. Por lo que dentro del albergue deben existir espacios para atención médica, que sean completamente higiénicos y que cumplan con las normas establecidas. Además de un espacio para atención psicológica, ya que durante el recorrido los migrantes sufren diferentes tipos de abuso, están expuestos a condiciones extremas, por lo que es importante tener personas especializadas para tratar los problemas que puedan presentarse, además de darles un asesoramiento legal sobre su situación y sus derechos, todo esto para que los migrantes estén informados y puedan seguir su camino y prevenir la violación de sus derechos.




### CONCEPTO

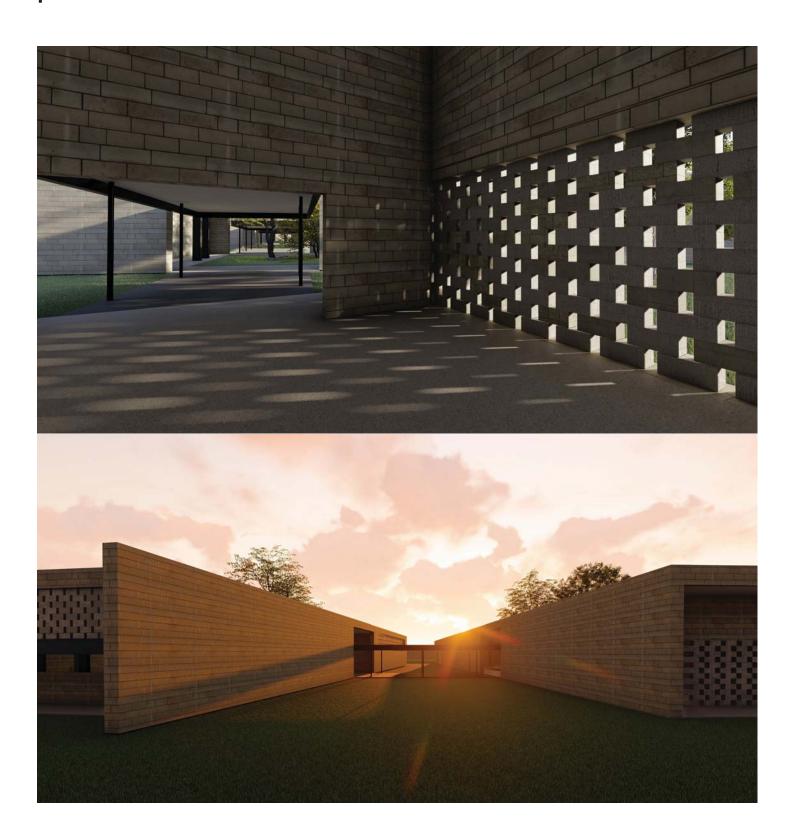

Una luz en el camino es el concepto que guía la propuesta del albergue para migrantes, que forma parte de un proyecto más general denominado "Luces en el camino. Red de albergues para migrantes."

La idea es que se viva como un lugar de paz, una pausa luminosa en el difícil caminar de los migrantes y que facilite su descanso y recuperación, con espacios dignos, agradables que brinden protección y que también permitan la convivencia, que respondan a las necesidades más urgentes de las personas migrantes.

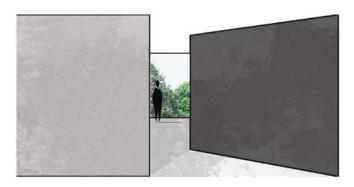

El vestíbulo está aislado del contexto, sin embargo permite una conexión visual con los jardines para que los migrantes se sientan protegidos y no atrapados.



Los muros altos permiten aislar y proteger a los migrantes, además todo el proyecto se vive hacia adentro y se conecta con patios interiores. Esto genera espacios de convivencia y recreación.



#### **I**ESPERANZA

Paz. Calma. Espiritualidad.







La luz es el elemento principal en el proyecto. Mediante el diseño arquitectónico se generan diferentes atmósferas y sensaciones.




El proyecto busca que el sentido espiritual siempre esté presente, sin la necesidad de colocar iconografía religiosa, esto con el propósito de dar esperanza a los migrantes.

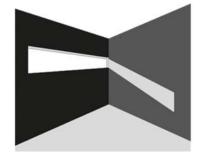

El eje visual que recorre el proyecto permite ver todos los espacios y tiene como remate visual la capilla. En el proyecto siempre hay algo que te invita a seguir adelante.

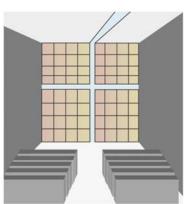

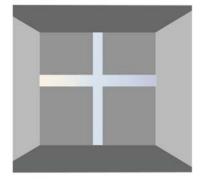





### RECUPERACIÓN

Solidaridad. Pertenencia. Convivencia






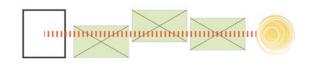

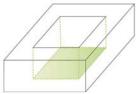

Uno de los propósitos principales en el proyecto es que los migrantes se sientan parte de este sitio y de esta comunidad, esto se logra mediante las zonas comunes y los patios interiores que permiten que exista una conexión y una transparencia entre todos los espacios.

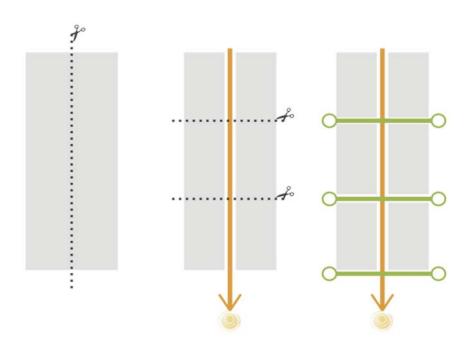

#### **CONSTRUCCIÓN DE HUERTOS**

Nuestro contacto con la naturaleza se ha reducido en muchas ocasiones a los parques y jardines urbanos.

Por lo que el huerto es una herramienta muy útil para la educación ambiental de los migrantes. Al mismo tiempo son responsables de darle los cuidados necesarios y se generan actividades dentro del albergue, evitando su dispersión en las zonas aledañas.

En el mismo sentido, se impulsa el auto-abastecimiento de alimentos



#### CAPTACIÓN DE AGUA PLUVIAL

Debido a la cantidad de usuarios, los servicios sanitarios como lavabos, regaderas y wc; requieren de una gran cantidad de agua al día.

Además requerimos servicios como lavaderos, lavandería, servicios de alimentación y atención médica.

Por lo que se propone un sistema de captación de aguas pluviales. Los meses con mayor porcentaje de lluvia son de junio a septiembre.



#### BIBLIOGRAFÍA

[Consluta enero 2018] https://www.gob.mx/cms/uploads/attachment/file/386658/Anuario\_Migracion\_y\_Remesas\_2018.pdf

[Consluta febrero 2017] María del Carmen Peña Álvarez, https://www.bbva.com/es/mexico-segundo-pais-mas-migrantes-mundo-12-3-millones/

[Consluta enero 2018] https://www.estudiosdemigracion.org/2017/04/13/estadisticas-2/

[Consluta marzo 2017] https://www.gob.mx/cms/uploads/attachment/file/232085/10\_Fagoaga\_Zapata\_Anguiano.pdf

[Consluta septiembre 2018] https://www.gob.mx/conapo/documentos/anuario-de-migracion-y-remesas-mexico-2018-173515

[Consluta enero 2019] https://reliefweb.int/sites/reliefweb.int/files/resources/SITREP%206%20-%20es-panol%20-%20web.pdf

[Consluta 2017] http://seduv.edomexico.gob.mx/planes\_municipales/Huehuetoca/Doc-Huehuetoca.pdf

[Consluta septiembre 2017] http://plantabajaestudio.com/portfolio-item/albergue-para-suenos/

[Consluta noviembre 2017] http://arquitectosconlagente.com/ruta-migrante-proyecto-cafemin/

[Consluta 2017] http://www.metroscubicos.com/precios/estado-de-mexico/huehuetoca

[Consluta noviembre 2017] http://t21.com.mx/ferroviario

[Consluta abril 2017] http://t21.com.mx/ferroviario/2013/01/30/caf-preve-ampliar-ferrocarril-suburbano-huehuetoca

[Consluta abril 2017] http://www.gob.mx/inm

[Consluta abril 2017] http://oim.org.mx/hechos-y-cifras-2

[Consluta febrero 2017] http://fundacionjusticia.org/organizaciones-que-apoyan-a-migrantes/

[Consluta marzo 2017] http://sedur.edomex.gob.mx/huehuetoca


[Consluta marzo 2017] http://www.inafed.gob.mx/work/enciclopedia/EMM15mexico/municipios/15035a.html [Consluta 2018] https://expansion.mx/nacional/2018/10/23/mexico-recibe-1-699-peticiones-de-refugio-de-inte-


# 

## **ANTEPROYECTO**


- Planta de contexto
- Plantas arquitectónica
- Fachadas
- Cortes arquitectónicos
- Renders


## | PLANTAS

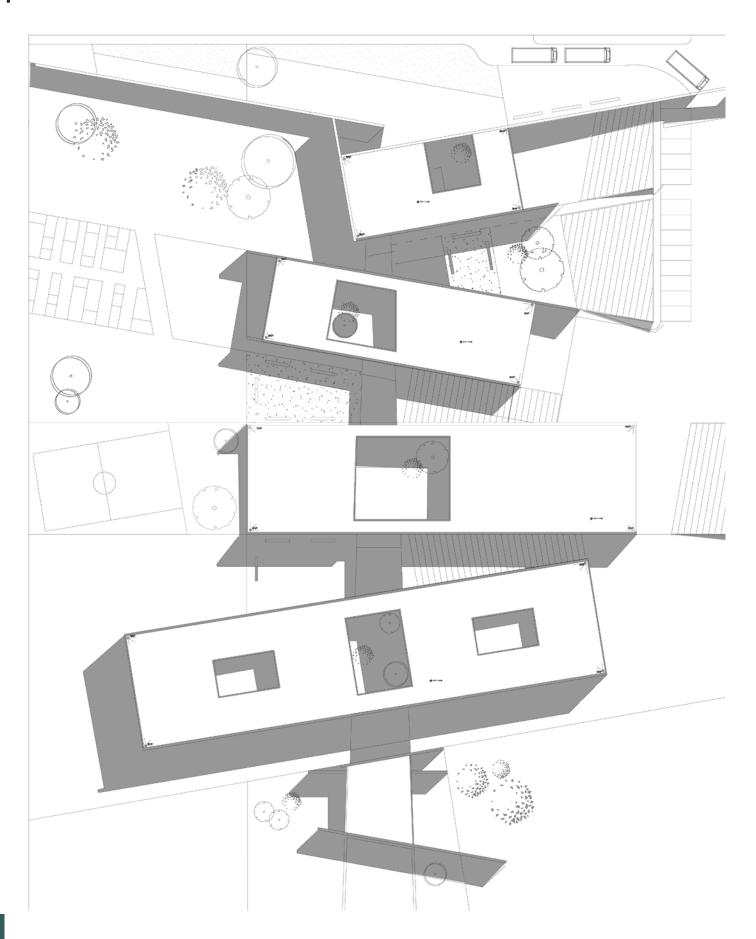

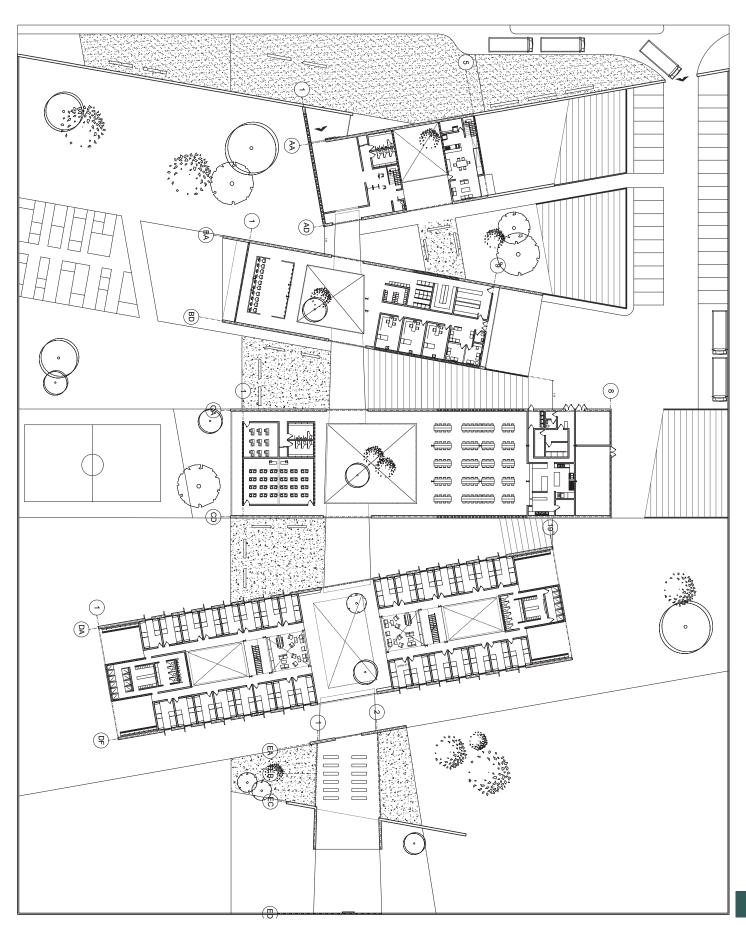


## | FACHADAS

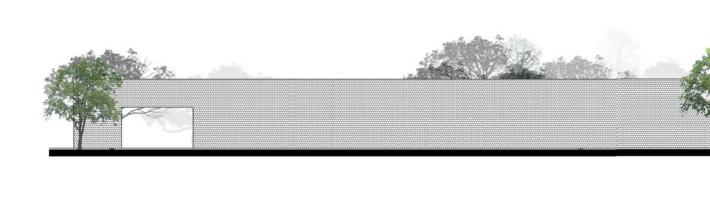


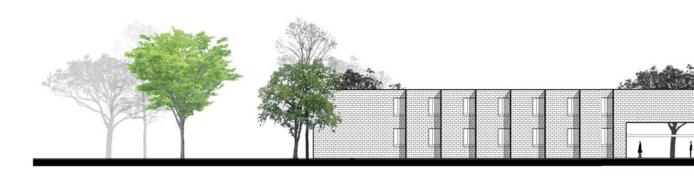




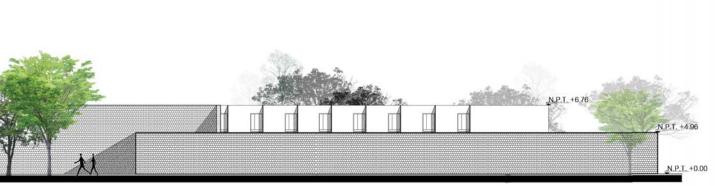

Fachada Norte

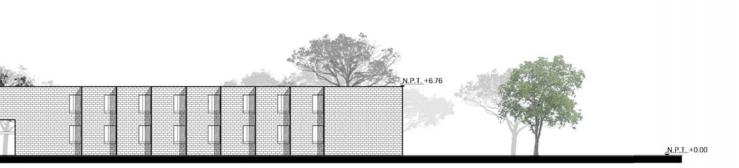


Fachada Dormitorios

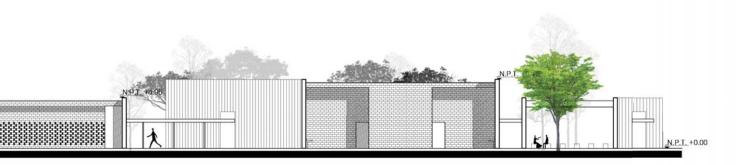


Fachada Sur


## CORTES EDIFICIO A Y C

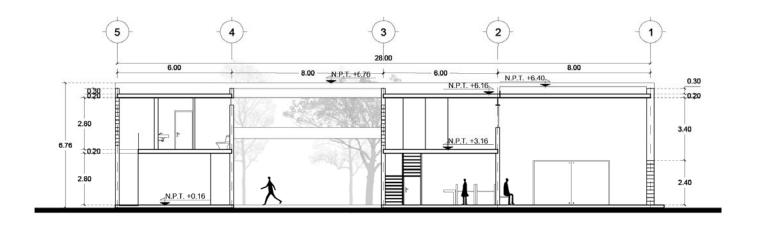


#### CORTE A-A"

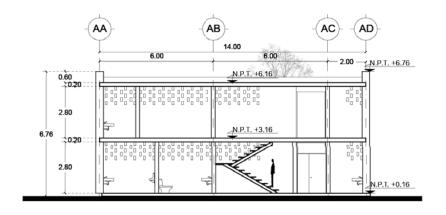

CORTE B-B"

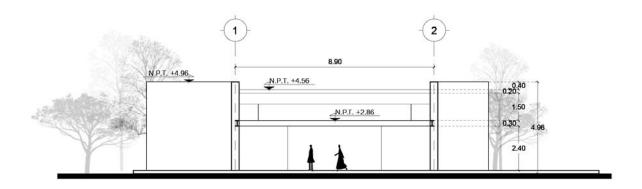


CORTE A-A"

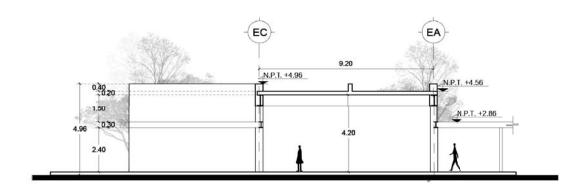


CORTE B-B"


## CORTES EDIFICIO B

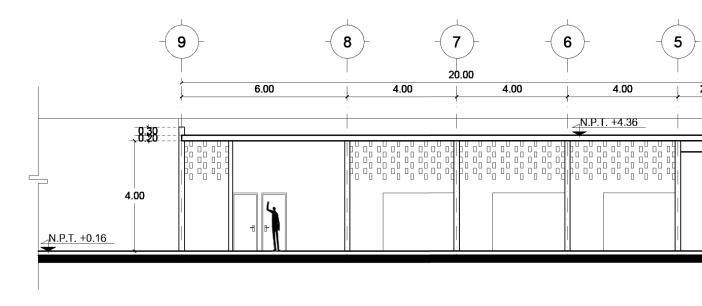


CORTE A-A"

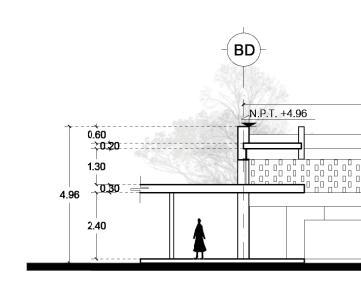


CORTE B-B"

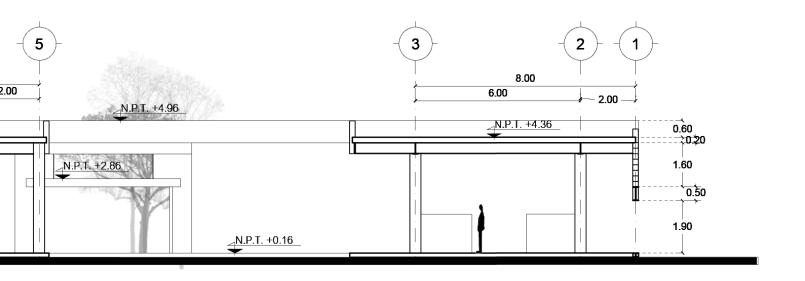


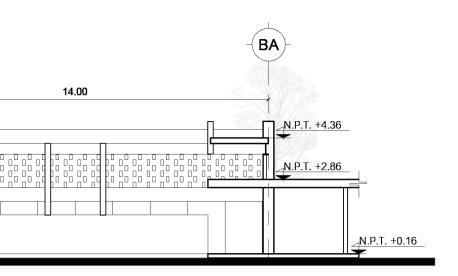


## CORTES EDIFICIO C

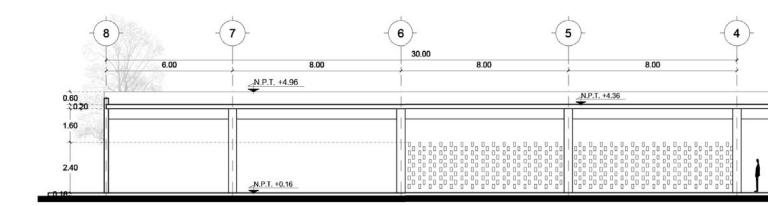


CORTE A-A"

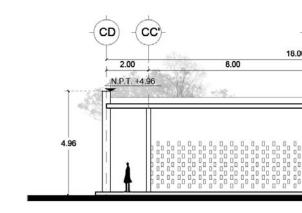


CORTE B-B"

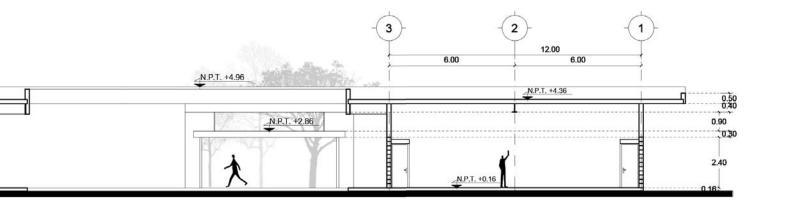


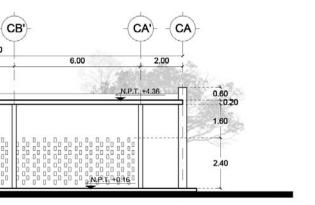


## CORTES EDIFICIO D

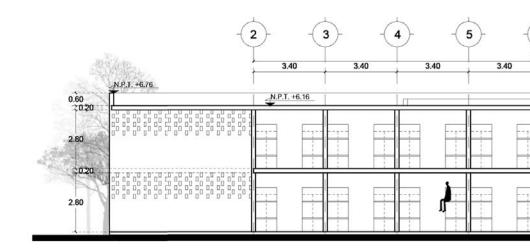


CORTE A-A"

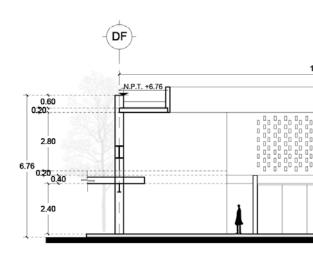

CORTE B-B"

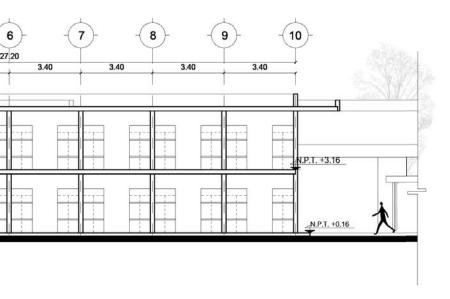

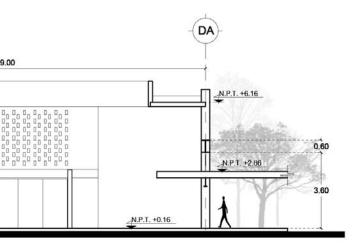

# PASILLOS CUBIERTOS



Circulación entre vestíbulo y zona de acogimiento




# PATIOS INTERIORES









Acceso al vestíbulo

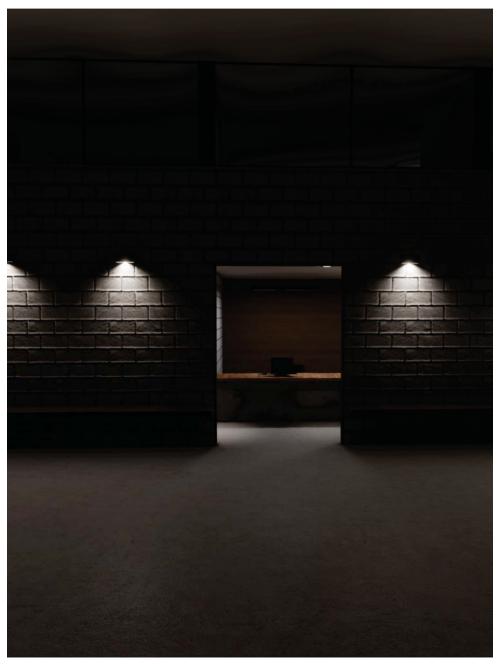


Acceso al control

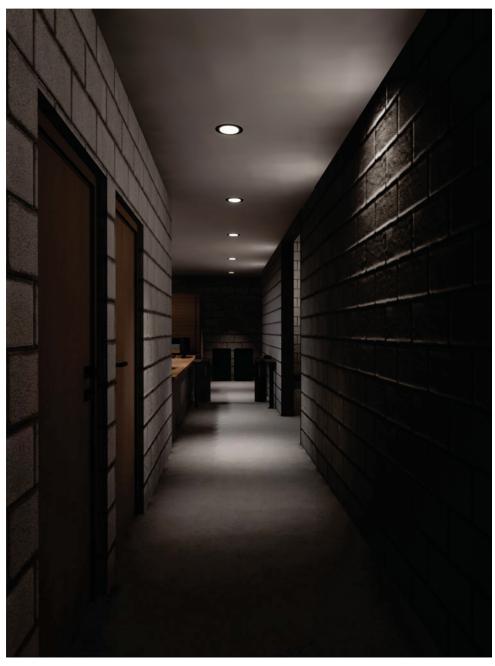

Control de acceso

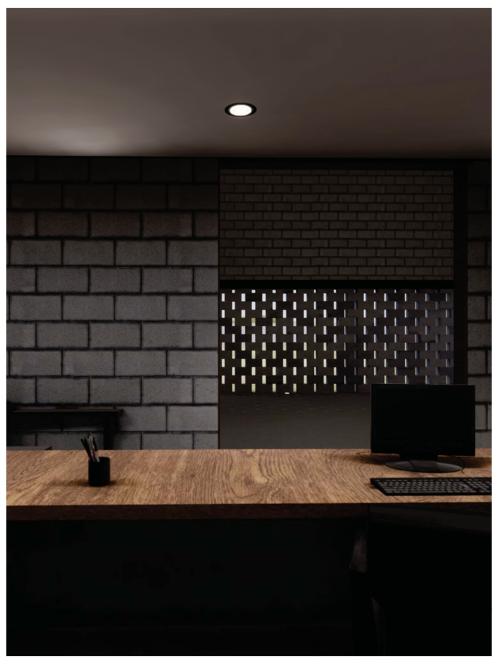


Vigilancia y control

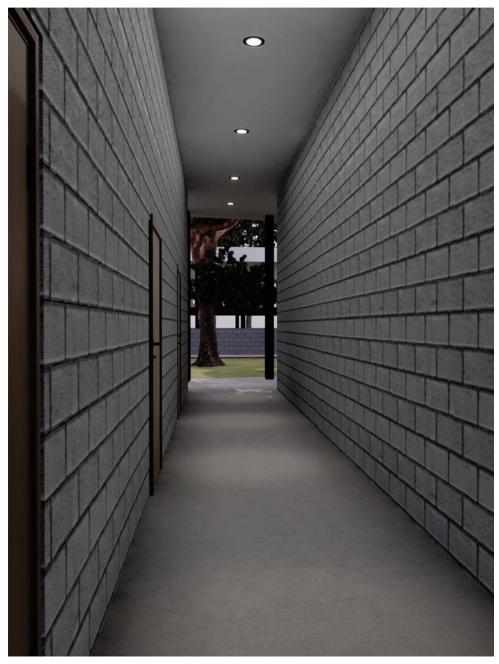


Circulación en zona de atención médica




Zona de comunicaciones

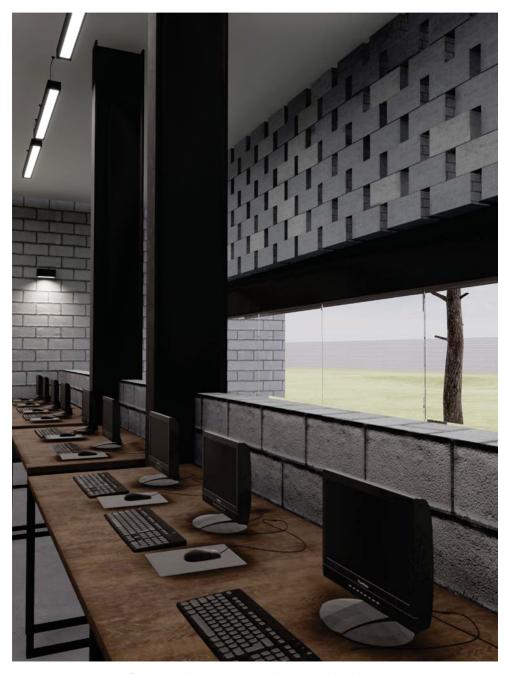


Computadoras en zona de comunicaciones

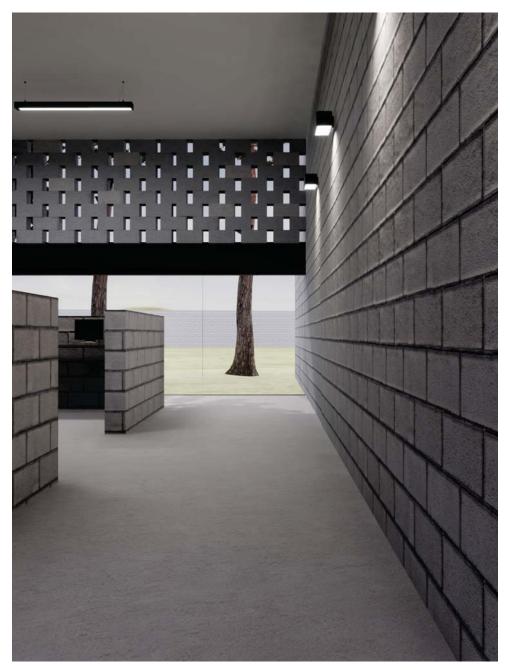


Circulación a zona de comunicaciones

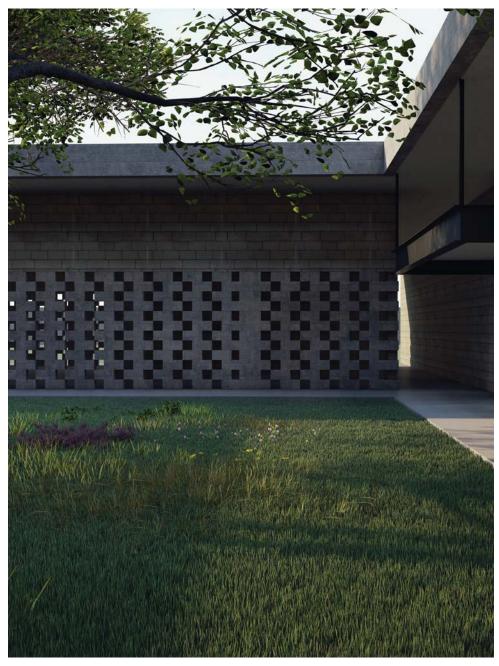


Patio interior en talleres

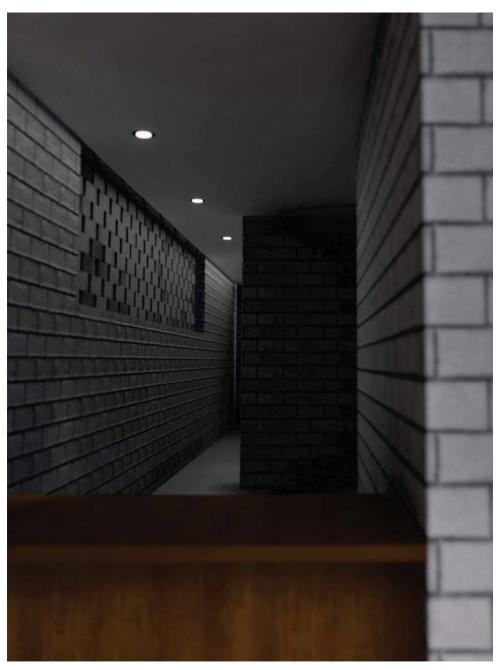


Vista a lavandería y control

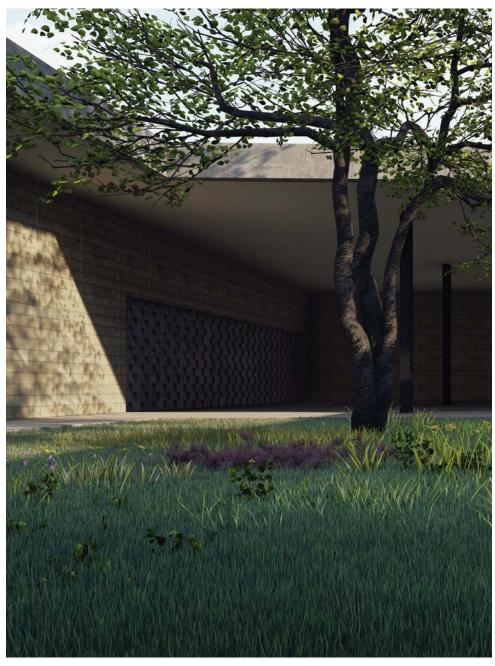


Patio interior en comedor

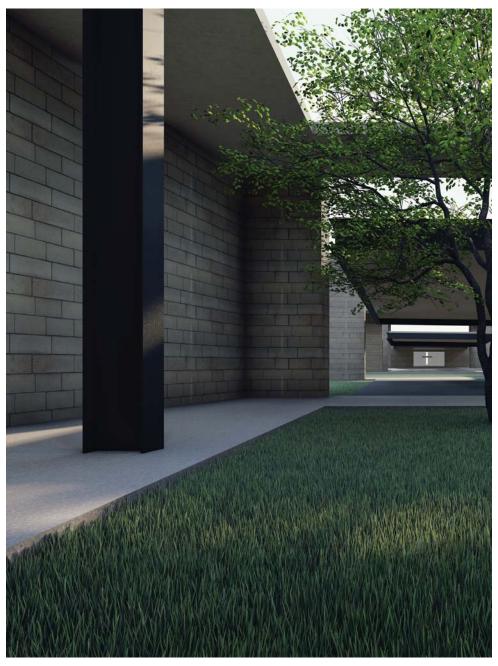


Patio interior en zona de acogimiento

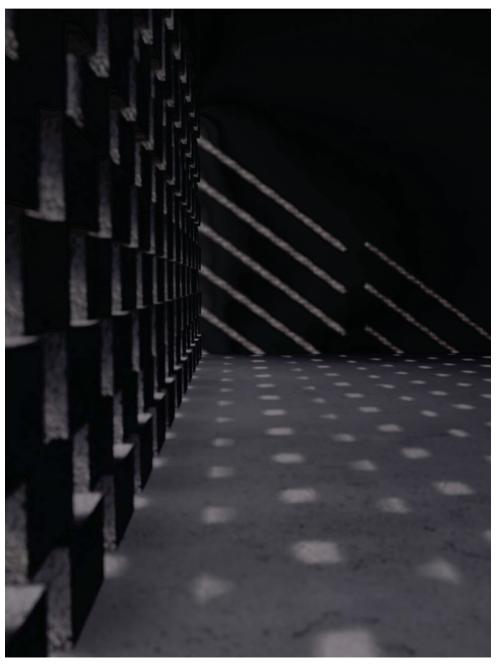

Celosía en vestíbulo

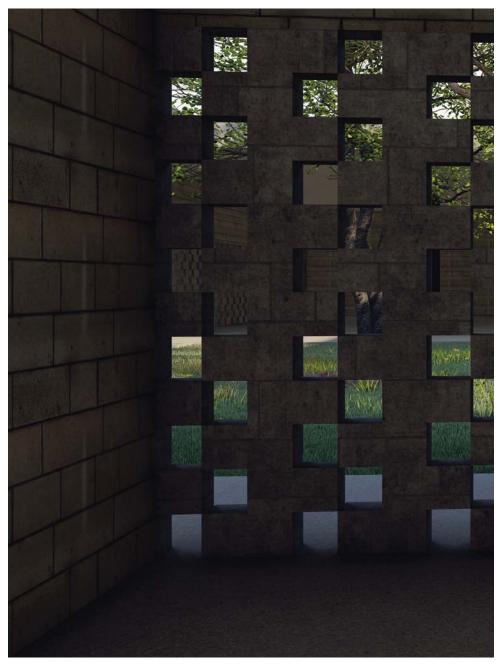


Celosía de los talleres

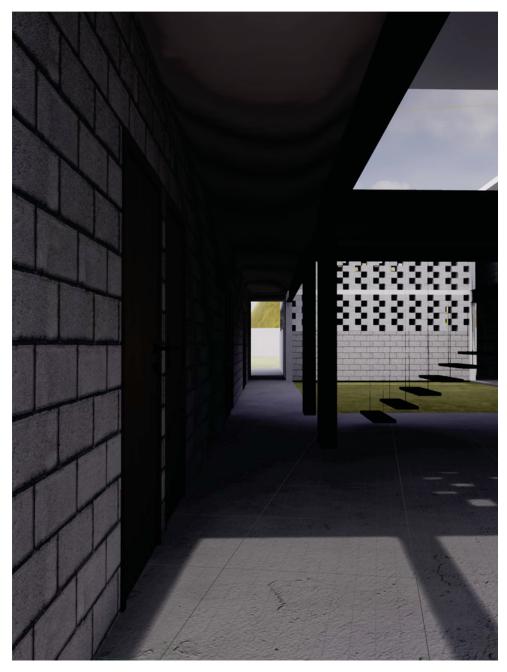


Circulación en dormitorios de mujeres



Patio interior y acceso a dormitorios de hombres

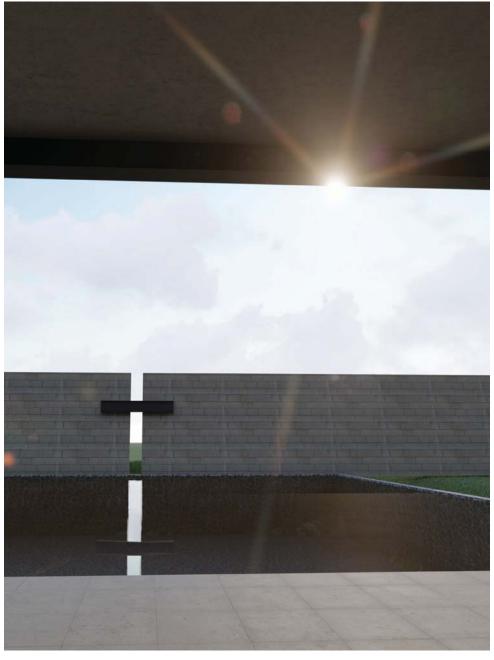

Remate visual de la capilla

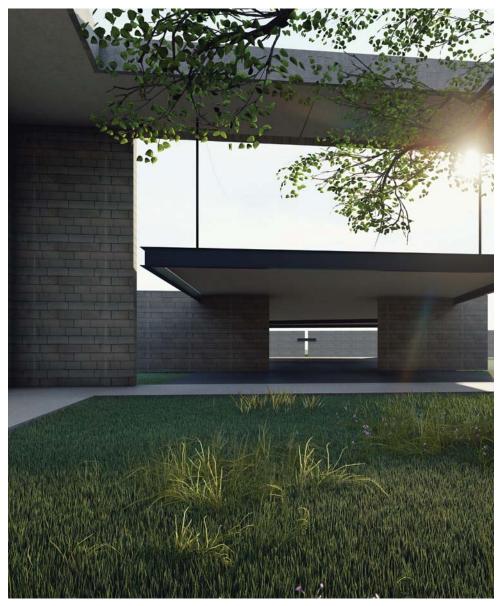

Vista de la capilla desde el patio interior de los dormitorios

# 

# PROYECTO EJECUTIVO

- Índice de planos
- Arquitectónicos
- Estructurales
- Albañilería
- Acabados
- Instalaciones eléctrica
- Instalación hidráulica
- Instalación sanitaria
- Carpintería
- Cancelería
- Herrería

# INDICE

## **ARQUITECTÓNICOS**

A-00 - PLANTA GENERAL

A-01 - EDIFICIO A

A-02 - EDIFICIO B

A-03 - EDIFICIO C

A-04 - EDIFICIO D- HOMBRES

A-05 - EDIFICIO D- MUJERES

A-06 - EDIFICIO E

A-07- CORTES EDIFICIO A

A-08 - CORTES EDIFICIO B

A-09 - CORTES EDIFICIO C

A-10 - CORTES EDIFICIO D

A-11 - CORTES EDIFICIO E

## **ESTRUCTURALES**

E-01 - TRAZO

E-02 - PLANTA GENERAL

E-03 - PLANTA DE TECHOS

E-04 - EDIFICIO A- PLANTA BAJA

E-05 - EDIFICIO A- PLANTA ALTA

E-06 - EDIFICIO B

E-07 - EDIFICIO C

E-08 - EDIFICIO D- PLANTA BAJA HOMBRES

E-09 - EDIFICIO D- PLANTA ALTA HOMBRES

E-10 - EDIFICIO D- PLANTA BAJA MUJERES

E-11 - EDIFICIO D- PLANTA ALTA MUJERES

E-12 - EDIFICIO E

E-13 - EDIFICIO A PLANTA DE CIMENTACIÓN

E-14 - EDIFICIO B PLANTA DE CIMENTACIÓN

E-15 - EDIFICIO C PLANTA DE CIMENTACIÓN

E-16 - EDIFICIO D PLANTA DE CIMENTACIÓN

## **ALBAÑILERÍA**

AL-O1 - EDIFICIO A

AL-O2 - EDIFICIO B

AL-O3 - EDIFICIO C

AL-04 - EDIFICIO D HOMBRES

AL-O5 - EDIFICIO D MUJERES

AL-06 - EDIFICIO E

## **ACABADOS**

AC-01 - EDIFICIO A

AC-02 - EDIFICIO B

AC-03 - EDIFICIO C

AC-04 - EDIFICIO D HOMBRES

AC-05 - EDIFICIO D MUJERES

AC-06 - EDIFICIO E

## INSTALACIÓN ELÉCTRICA

IE-00 - DIAGRAMA UNIFILAR

IE-01 - PLANTA DE TECHOS

IE-02 - EDIFICIO A

IE-03 - EDIFICIO B

IE-04 - EDIFICIO C

IE-05 - EDIFICIO D HOMBRES

IE-06 - EDIFICIO D MUJERES

IE-07 - EDIFICIO E

IE-08 - CONTACTOS EDIFICIO A

IE-09 - CONTACTOS EDIFICIO B

IE-10 - CONTACTOS EDIFICIO C

IE-11 - CONTACTOS EDIFICIO D HOMBRES

IE-12 - CONTACTOS EDIFICIO D MUJERES

IE-13 - CONTACTOS EDIFICIO E

## INSTALACIÓN HIDRÁULICA

IH-01 - PLANTA DE TECHOS

IH-02 - PLANTA GENERAL

IH-03 - EDIFICIO A

IH-04 - EDIFICIO B

IH-05 - EDIFICIO C

IH-06 - EDIFICIO D HOMBRES

IH-07 - EDIFICIO D MUJERES

IH-08 - DETALLES

IH-09 - DETALLES

IH-10 - DETALLES

IH-11 - DETALLES

# INSTALACIÓN SANITARIA

IS-01 - PLANTA GENERAL

IS-02 - EDIFICIO A

IS-03 - EDIFICIO B

IS-04 - EDIFICIO C

IS-05 - EDIFICIO D HOMBRES

IS-06 - EDIFICIO D MUJERES

IS-07 - DETALLES

IS-08 - DETALLES

IS-09 - DETALLES

IS-10 - DETALLES

IS-11 - DETALLES

# CARPINTERÍA/CANCELERÍA/HERRERÍA

C/K/H-01 - EDIFICIO A

C/K/H-02 - EDIFICIO B

C/K/H-03 - EDIFICIO C

C/K/H-04 - EDIFICIO D HOMBRES

C/K/H-05 - EDIFICIO D MUJERES

C-01 - DETALLE CARPINTERÍA

C-02 - DETALLE CARPINTERÍA

K-01 - DETALLES CANCELERÍA

K-02 - DETALLES CANCELERÍA

K-01 - DETALLES CANCELERÍA


H-01 - DETALLES


H-02 - DETALLES

H-03 - DETALLES

H-04- DETALLES

H-05- DETALLES

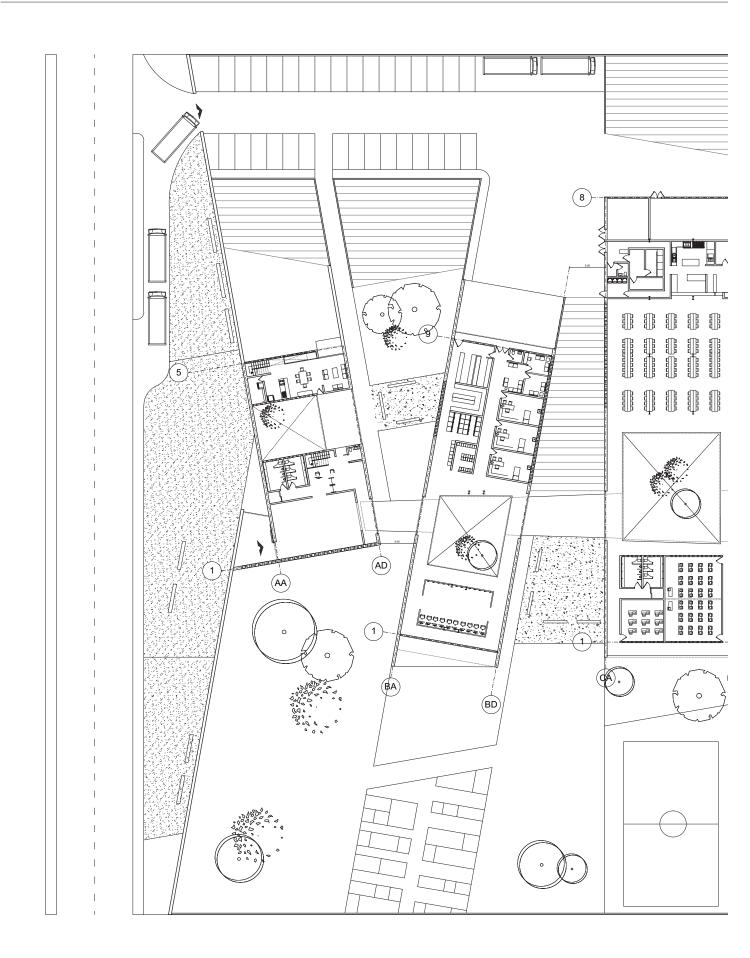

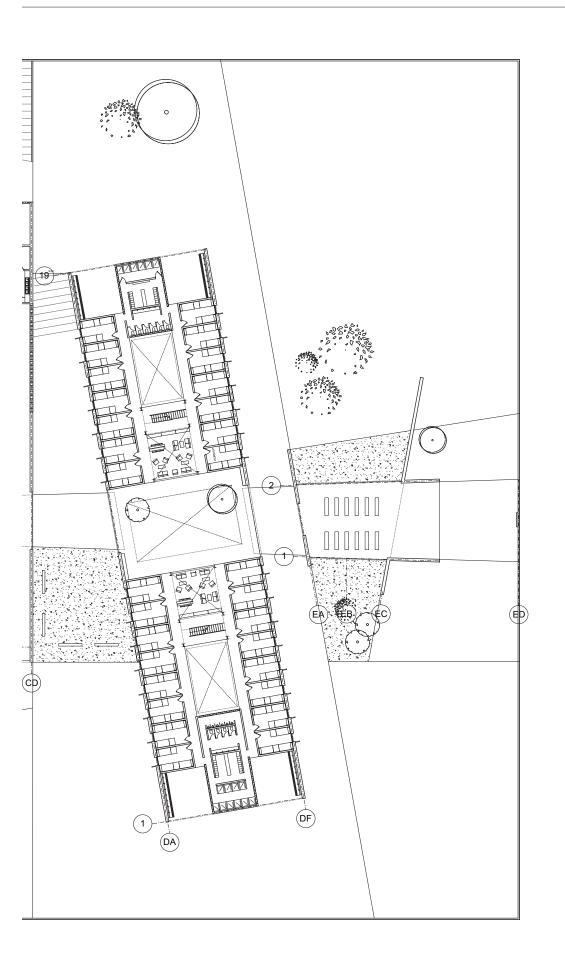

ALBERGUE PARA MIGRANTES

PROYECTO

BLANCO LÓPEZ ANDREA

MORA NIETO DANIELA

REVISÓ

ARQ. OSCAR ENRÍQUEZ ARQ. HARRIS LEE ARQ. EDUARDO SCHÜTTE

U N A M

FACULTAD DE ARQUITECTURA


TALLER JORGE GONZÁLEZ REYNA

NORTE



HUEHUETOCA EDO. DE MÉXICO

AV. BENIGNO PÉREZ

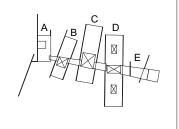

SIMBOLOGÍA

\_---- EJE


PLANTA GENERAL


A-00

1:500


1.0 2.0

14.12.2017

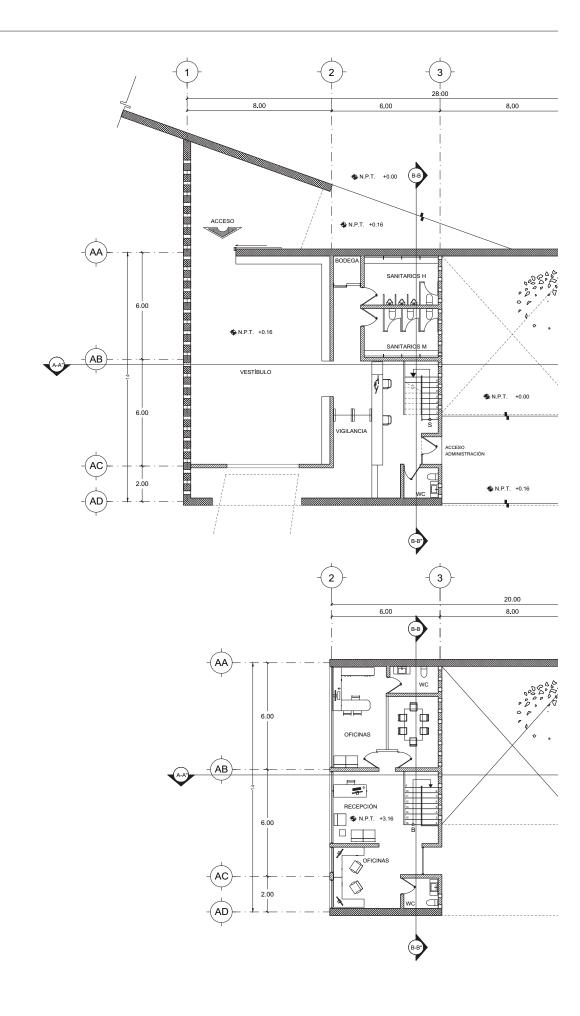

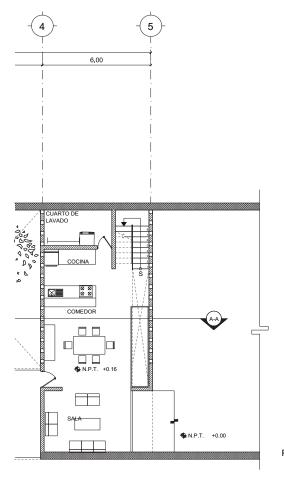

PLANTA BAJA

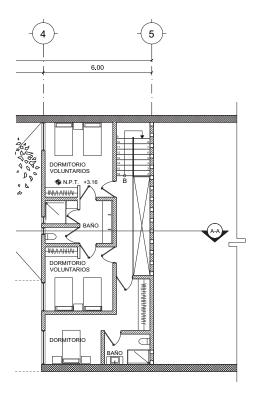

PLANTA ALTA

ALBERGUE PARA MIGRANTES

PROYECTO

BLANCO LÓPEZ ANDREA

MORA NIETO DANIELA

REVISÓ

ARQ. OSCAR ENRÍQUEZ ARQ. HARRIS LEE ARQ. EDUARDO SCHÜTTE


#### UNAM

FACULTAD DE ARQUITECTURA TALLER JORGE GONZÁLEZ REYNA



#### HUEHUETOCA EDO. DE MÉXICO

AV. BENIGNO PÉREZ

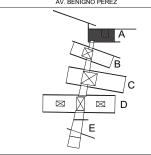

## SIMBOLOGÍA

N.P.T. NIVEL DE PISO TERMINADO PROYECCIÓN DE LOSA

CAMBIO DE NIVEL


LÍNEA DE CORTE EJE


# PLANTA ARQUITECTÓNICA **EDIFICIO A**

A-01

ESCALA 1:200

14.12.2017

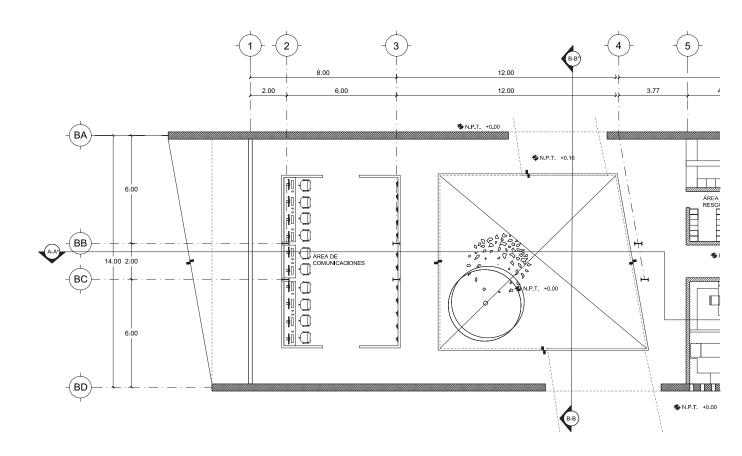

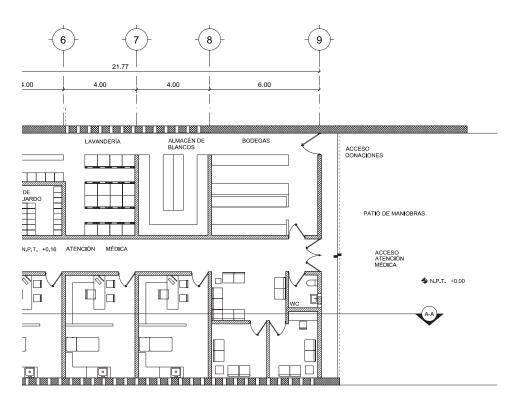

ALBERGUE PARA MIGRANTES

PROYECTO

BLANCO LÓPEZ ANDREA

MORA NIETO DANIELA

REVISÓ

ARQ. OSCAR ENRÍQUEZ ARQ. HARRIS LEE ARQ. EDUARDO SCHÜTTE

#### UNAM


FACULTAD DE ARQUITECTURA TALLER JORGE GONZÁLEZ REYNA






HUEHUETOCA EDO. DE MÉXICO

AV. BENIGNO PÉREZ

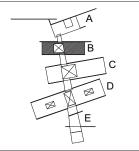

### SIMBOLOGÍA

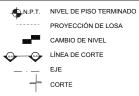


# PLANTA ARQUITECTÓNICA EDIFICIO B


A - 02


1:200


0.5 1.5 1.0 2.0

14.12.2017

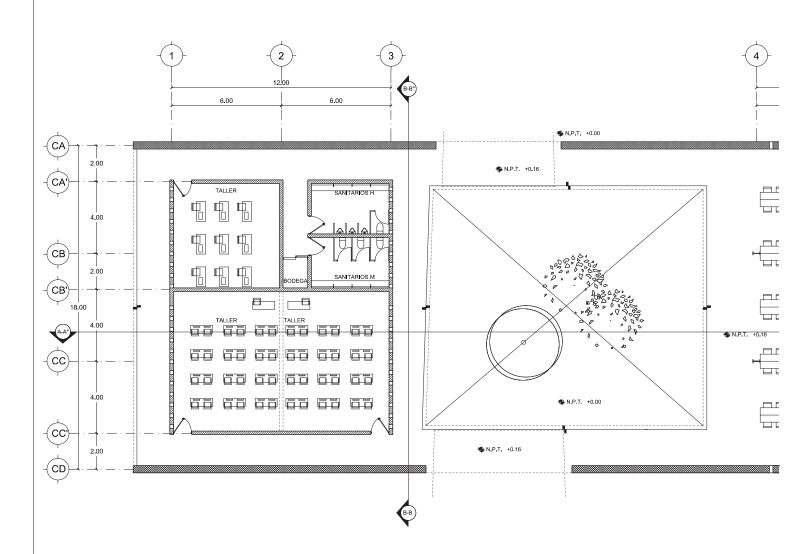

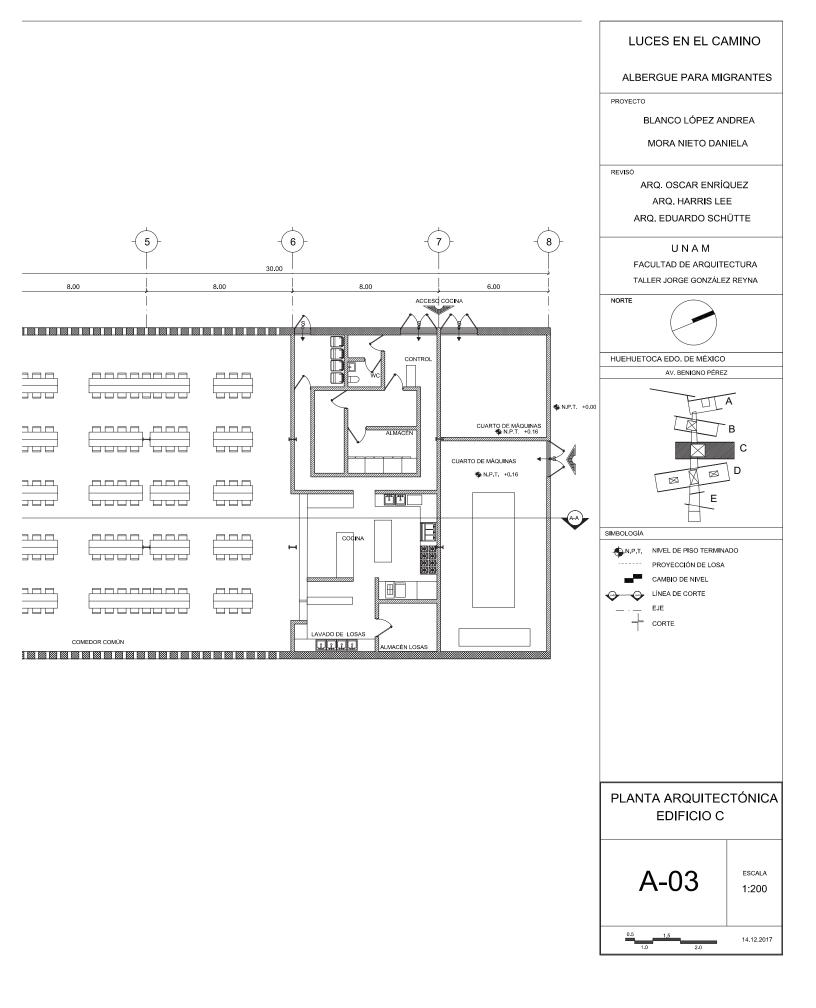

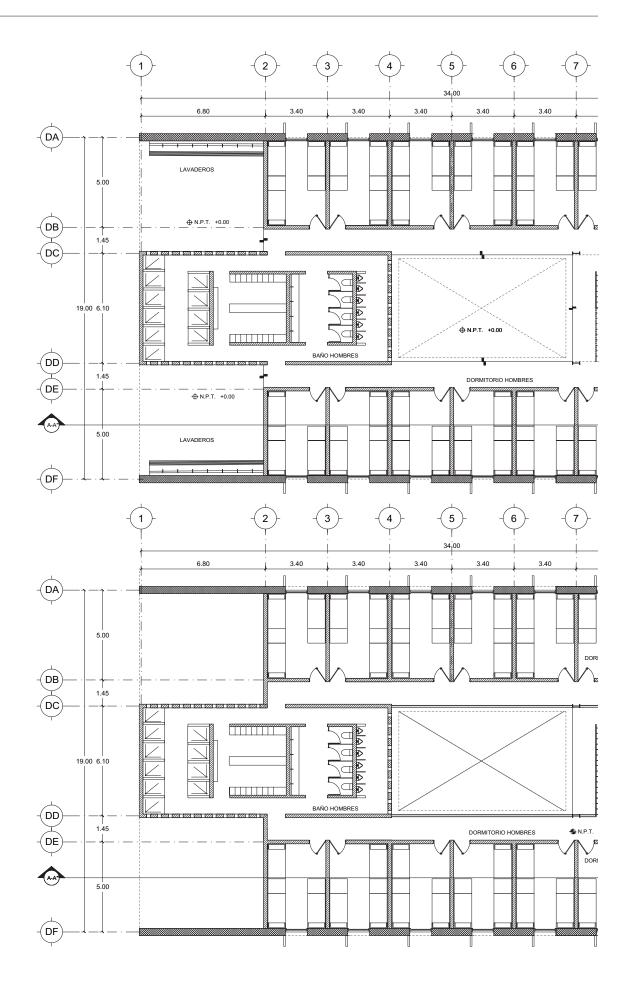

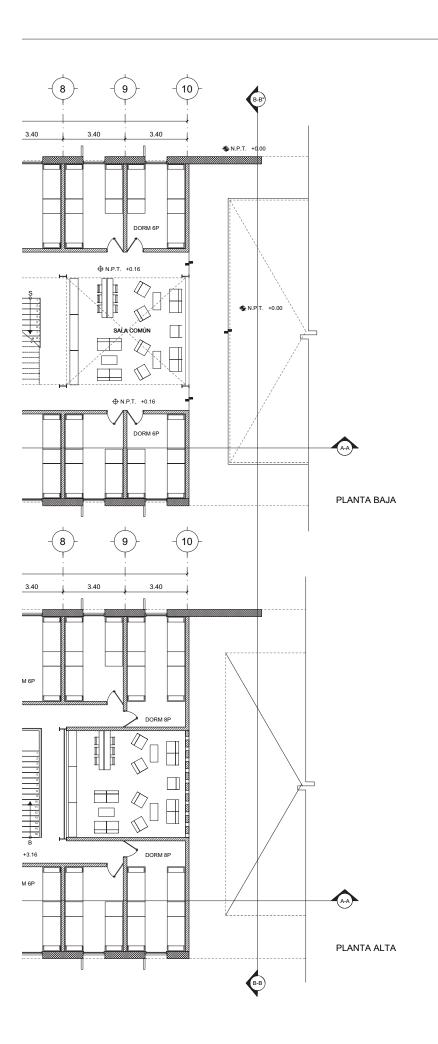

ALBERGUE PARA MIGRANTES

PROYECTO

BLANCO LÓPEZ ANDREA

MORA NIETO DANIELA

REVISÓ

ARQ. OSCAR ENRÍQUEZ ARQ. HARRIS LEE ARQ. EDUARDO SCHÜTTE

#### UNAM


FACULTAD DE ARQUITECTURA TALLER JORGE GONZÁLEZ REYNA





HUEHUETOCA EDO. DE MÉXICO

AV. BENIGNO PÉREZ

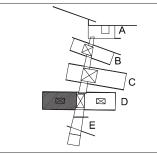

SIMBOLOGÍA

N.P.T. NIVEL DE PISO TERMINADO
PROYECCIÓN DE LOSA
CAMBIO DE NIVEL

LÍNEA DE CORTE

- · - EJE
CORTE


PLANTA ARQUITECTÓNICA EDIFICIO D


DORMITORIO HOMBRES

A-04

1:200

1.5

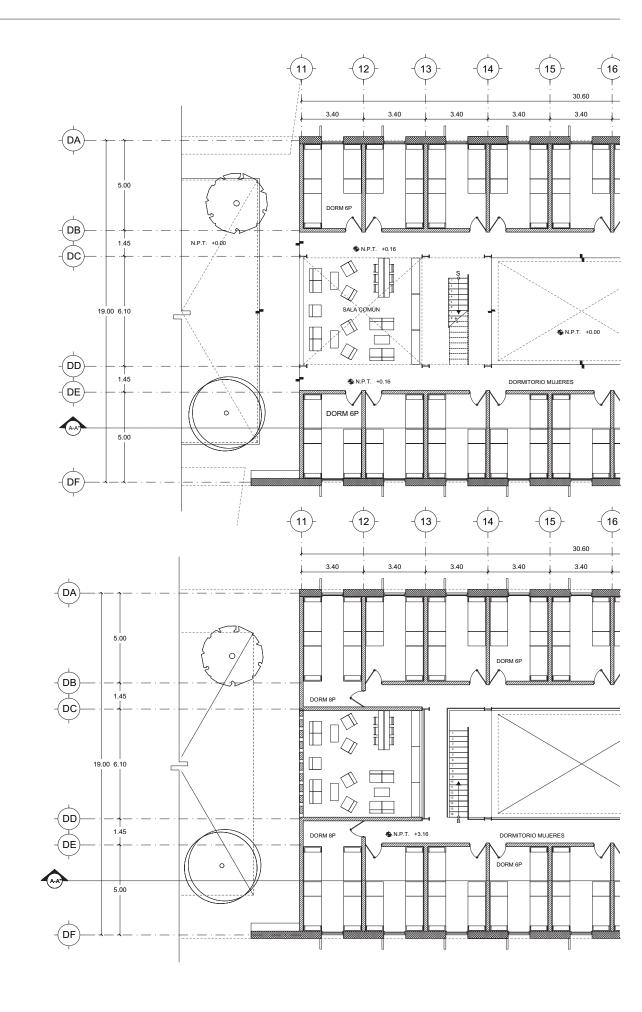

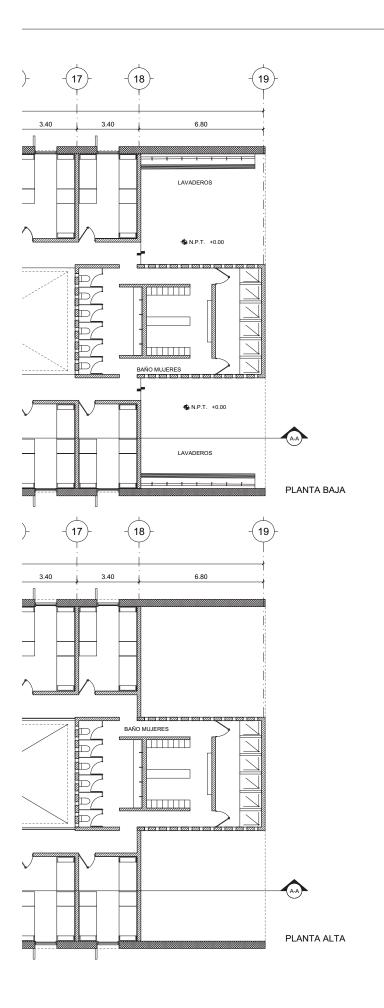



ALBERGUE PARA MIGRANTES

PROYECTO

BLANCO LÓPEZ ANDREA

MORA NIETO DANIELA

REVISÓ

ARQ. OSCAR ENRÍQUEZ ARQ. HARRIS LEE ARQ. EDUARDO SCHÜTTE

#### UNAM


FACULTAD DE ARQUITECTURA TALLER JORGE GONZÁLEZ REYNA





HUEHUETOCA EDO. DE MÉXICO

AV. BENIGNO PÉREZ

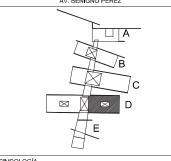

#### SIMBOLOGÍA

N.P.T. NIVEL DE PISO TERMINADO PROYECCIÓN DE LOSA CAMBIO DE NIVEL

LÍNEA DE CORTE


EJE CORTE


## PLANTA ARQUITECTÓNICA **EDIFICIO D**


DORMITORIO MUJERES


A-05


ESCALA 1:200

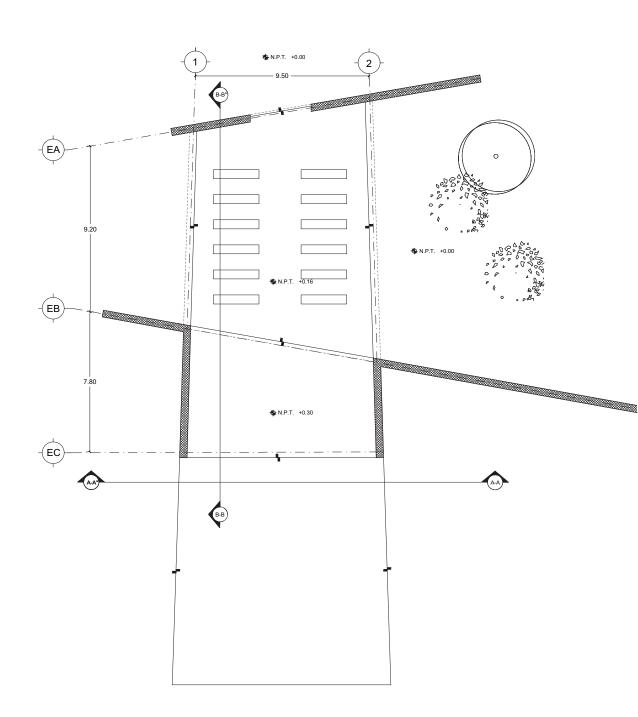


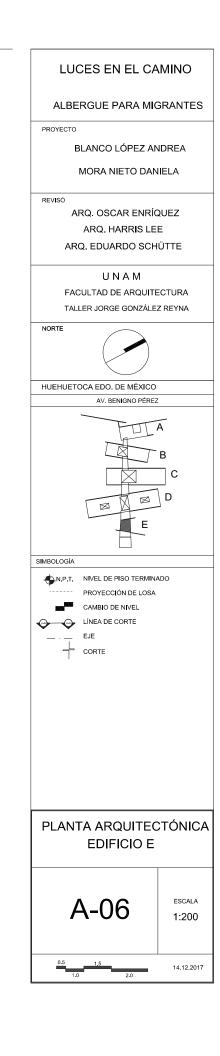

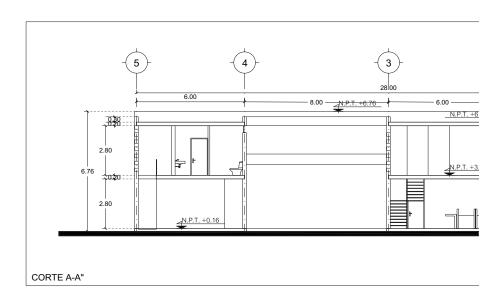

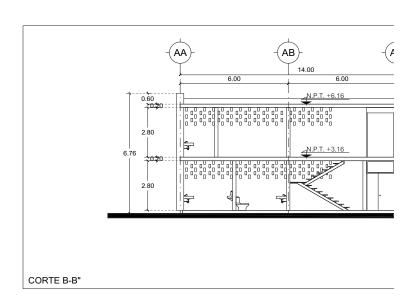

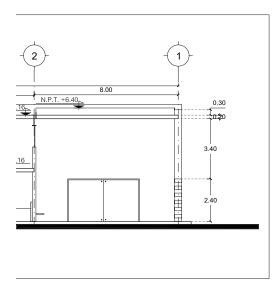

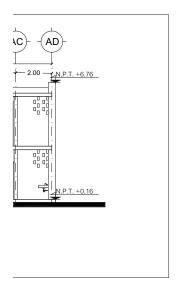

ALBERGUE PARA MIGRANTES

PROYECTO

BLANCO LÓPEZ ANDREA

MORA NIETO DANIELA

DEVICA

ARQ. OSCAR ENRÍQUEZ ARQ. HARRIS LEE ARQ. EDUARDO SCHÜTTE

#### UNAM


FACULTAD DE ARQUITECTURA TALLER JORGE GONZÁLEZ REYNA





HUEHUETOCA EDO. DE MÉXICO

AV. BENIGNO PÉREZ

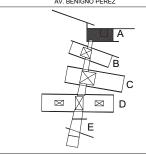

SIMBOLOGÍA




## CORTES ARQUITECTÓNICOS EDIFICIO A


A-07


1:200


14.12.2017

0.5 1.5 1.0 2.0

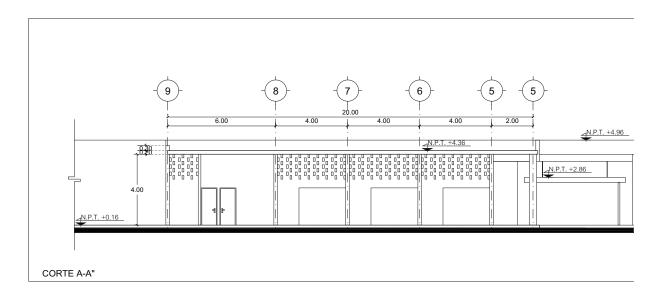

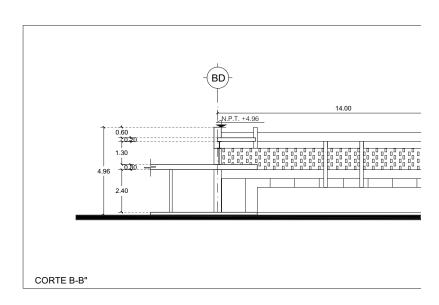

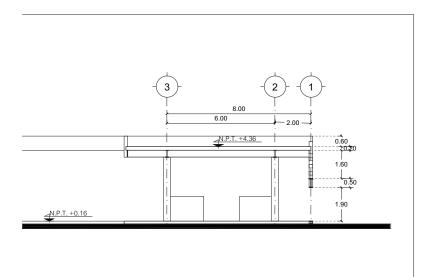

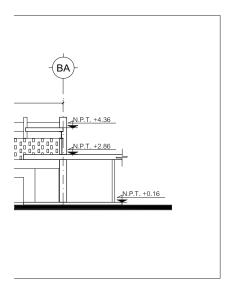

ALBERGUE PARA MIGRANTES

PROYECTO

BLANCO LÓPEZ ANDREA

MORA NIETO DANIELA

DEVISÓ

ARQ. OSCAR ENRÍQUEZ ARQ. HARRIS LEE ARQ. EDUARDO SCHÜTTE

#### UNAM


FACULTAD DE ARQUITECTURA TALLER JORGE GONZÁLEZ REYNA

NORTE



HUEHUETOCA EDO. DE MÉXICO

AV. BENIGNO PÉREZ

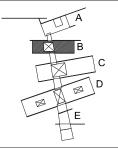

SIMBOLOGÍA





CORTES ARQUITECTÓNICOS EDIFICIO B

**A-08** 


1:200


0.5 1.5 1.0 2.0

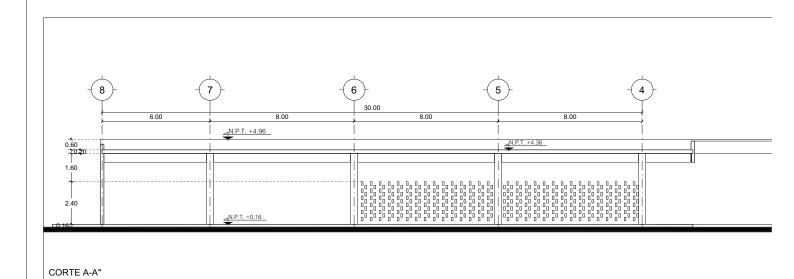

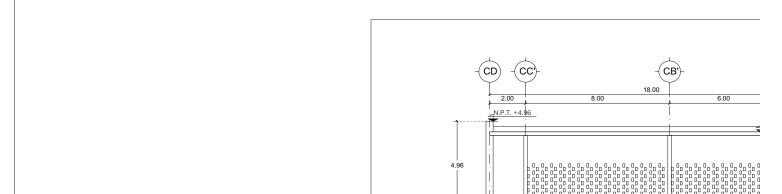

CORTE B-B"

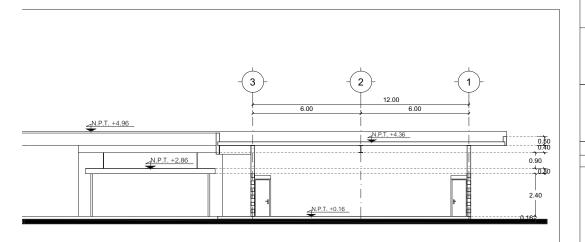

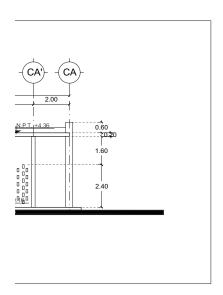

ALBERGUE PARA MIGRANTES

PROYECTO

BLANCO LÓPEZ ANDREA

MORA NIETO DANIELA

REVISÓ

ARQ. OSCAR ENRÍQUEZ ARQ. HARRIS LEE ARQ. EDUARDO SCHÜTTE


UNAM

FACULTAD DE ARQUITECTURA TALLER JORGE GONZÁLEZ REYNA



HUEHUETOCA EDO. DE MÉXICO

AV. BENIGNO PÉREZ

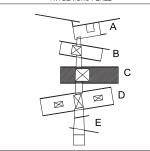

SIMBOLOGÍA

N.P.T. +0.00 NIVEL DE PISO TERMINADO


L EJE
CORTE


CORTES ARQUITECTÓNICOS EDIFICIO C


A-09


1:200

0.5 1.5

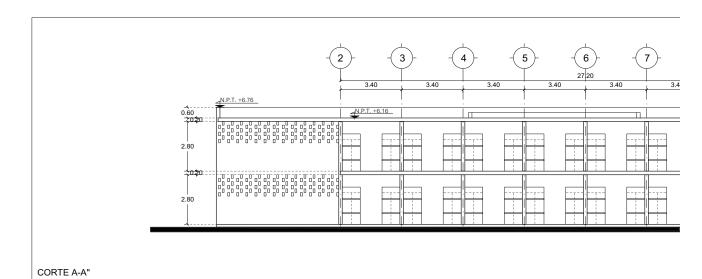

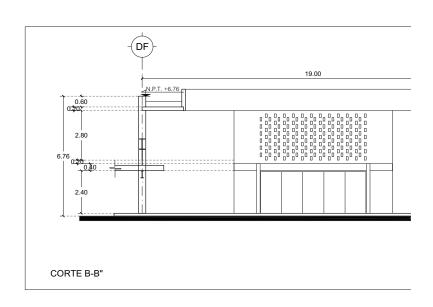

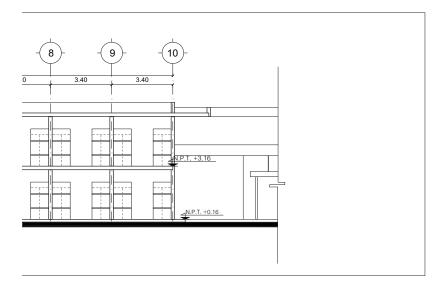

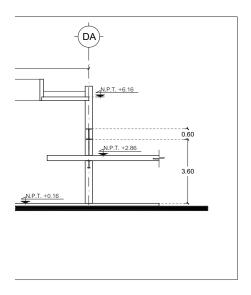

#### ALBERGUE PARA MIGRANTES

PROYECTO

BLANCO LÓPEZ ANDREA

MORA NIETO DANIELA

REVISÓ

ARQ. OSCAR ENRÍQUEZ ARQ. HARRIS LEE ARQ. EDUARDO SCHÜTTE

#### UNAM


FACULTAD DE ARQUITECTURA TALLER JORGE GONZÁLEZ REYNA





#### HUEHUETOCA EDO. DE MÉXICO

AV. BENIGNO PÉREZ

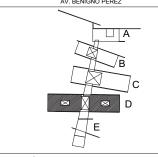

#### SIMBOLOGÍA

N.P.T. +0.00 NIVEL DE PISO TERMINADO


. . \_ EJE
CORTE


## CORTES ARQUITECTÓNICOS EDIFICIO D


A-10


1:200

0.5 1.5

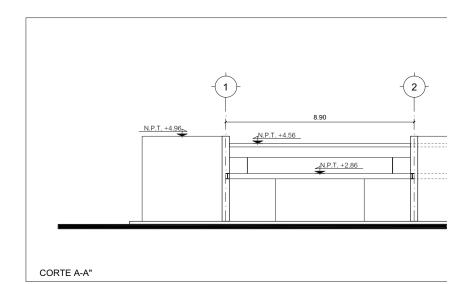

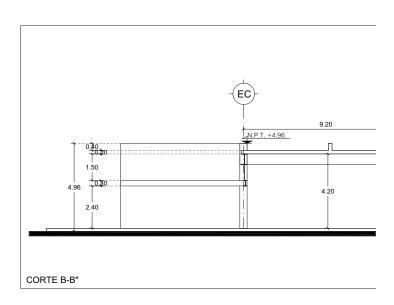

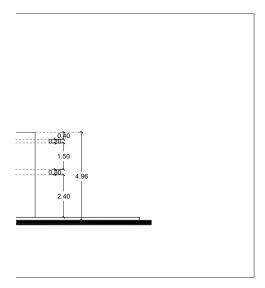

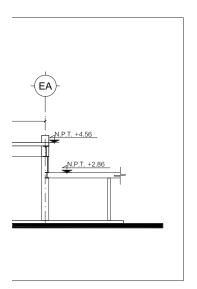

#### ALBERGUE PARA MIGRANTES

PROYECTO

BLANCO LÓPEZ ANDREA

MORA NIETO DANIELA

REVISÓ

ARQ. OSCAR ENRÍQUEZ ARQ. HARRIS LEE ARQ. EDUARDO SCHÜTTE

#### UNAM


FACULTAD DE ARQUITECTURA TALLER JORGE GONZÁLEZ REYNA





HUEHUETOCA EDO. DE MÉXICO

AV. BENIGNO PÉREZ

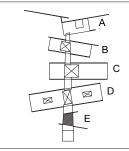

SIMBOLOGÍA





## CORTES ARQUITECTÓNICOS EDIFICIO E

A-11

1:200

0.5 1.5 1.0 2.0

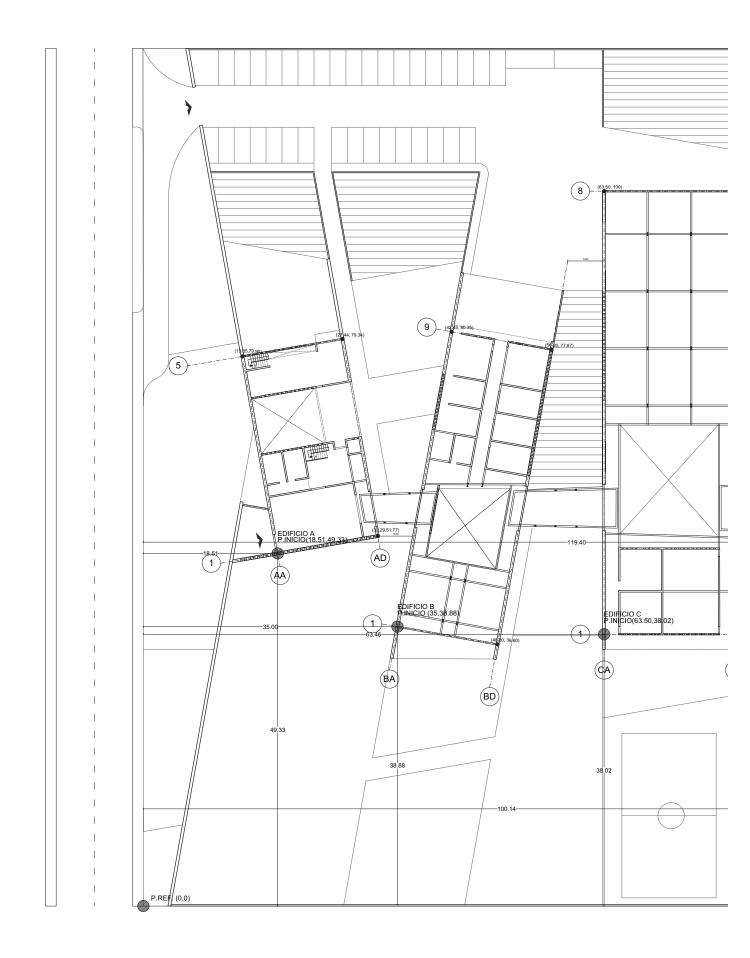

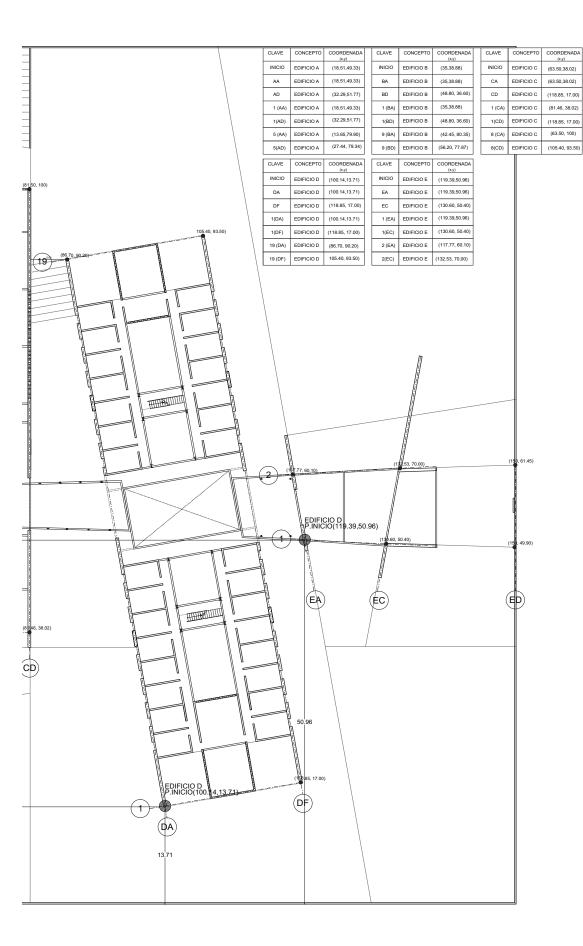

# LUCES EN EL CAMINO ALBERGUE PARA MIGRANTES

PROYECTO

BLANCO LÓPEZ ANDREA

MORA NIETO DANIELA

REVISÓ

ARQ. OSCAR ENRÍQUEZ ARQ. HARRIS LEE ARQ. EDUARDO SCHÜTTE

#### UNAM


FACULTAD DE ARQUITECTURA TALLER JORGE GONZÁLEZ REYNA

NORTE



HUEHUETOCA EDO. DE MÉXICO

AV. BENIGNO PÉREZ

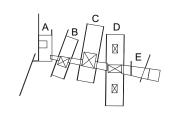

SIMBOLOGÍA


CLAVE	CONCEPTO	COORDENADA (x,y)
INICIO	EDIFICIO A	(18.51,49.33)
INICIO	EDIFICIO B	(35,38.88)
INICIO	EDIFICIO C	(63.50,38.02)
INICIO	EDIFICIO D	(100.14,13.71)
INICIO	EDIFICIO E	(119.39,50.96)


## PLANTA DE TRAZO PLANTA GENERAL

E-01

1:500



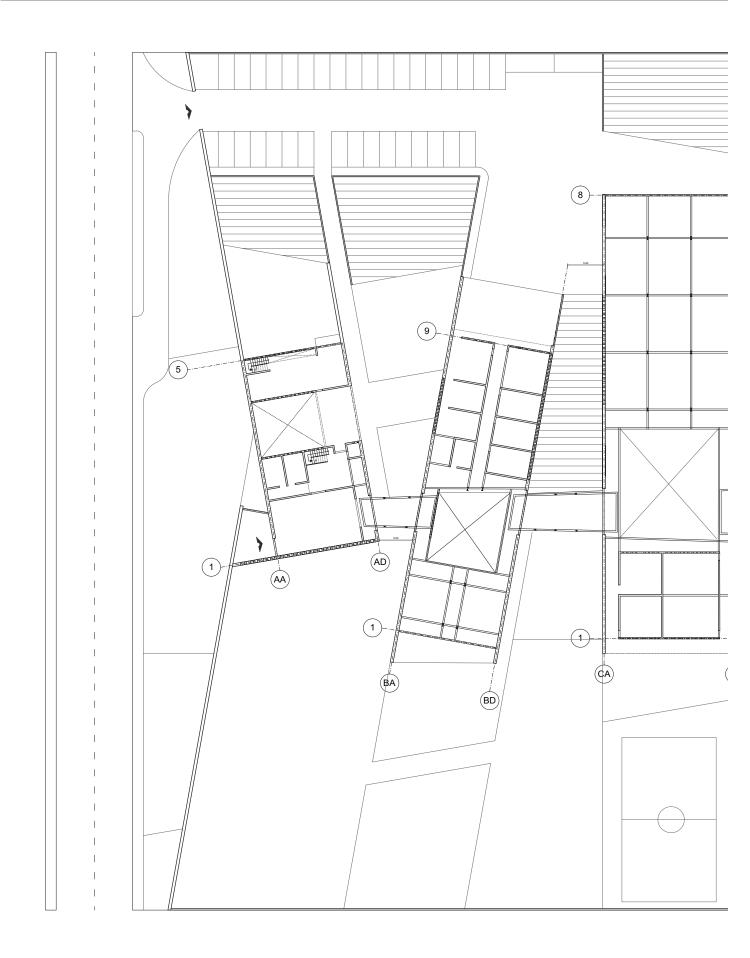

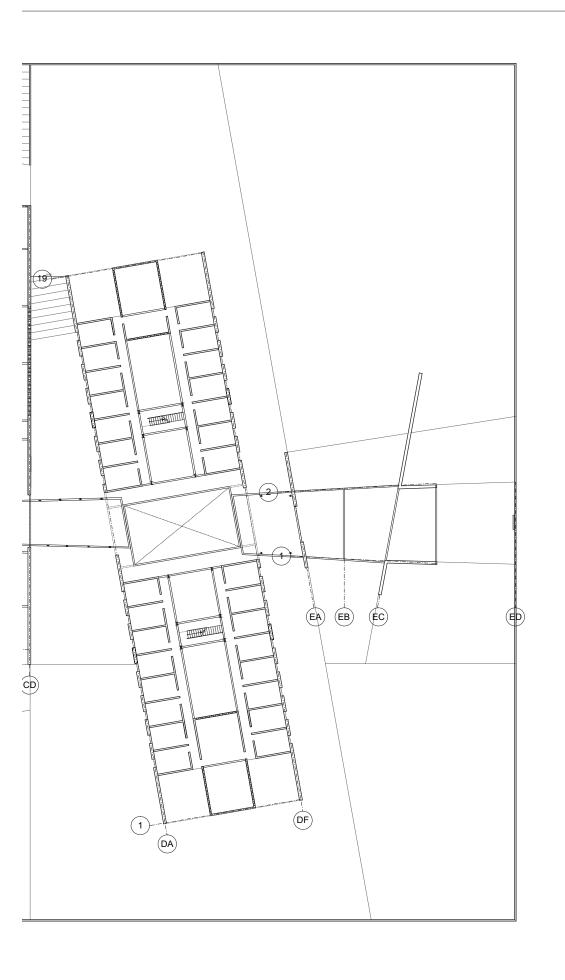

ALBERGUE PARA MIGRANTES

PROYECTO

BLANCO LÓPEZ ANDREA

MORA NIETO DANIELA

REVISÓ

ARQ. OSCAR ENRÍQUEZ ARQ. HARRIS LEE ARQ. EDUARDO SCHÜTTE

UNAM


FACULTAD DE ARQUITECTURA TALLER JORGE GONZÁLEZ REYNA

NORTE



HUEHUETOCA EDO. DE MÉXICO

AV. BENIGNO PÉREZ

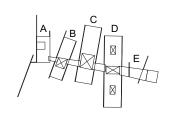

SIMBOLOGÍA

TRABE


MURO DE CARGA
 PROYECCIÓN DE LOSA


PLANTA ESTRUCTURAL PLANTA GENERAL

E-02

1:500

1.0 2.0

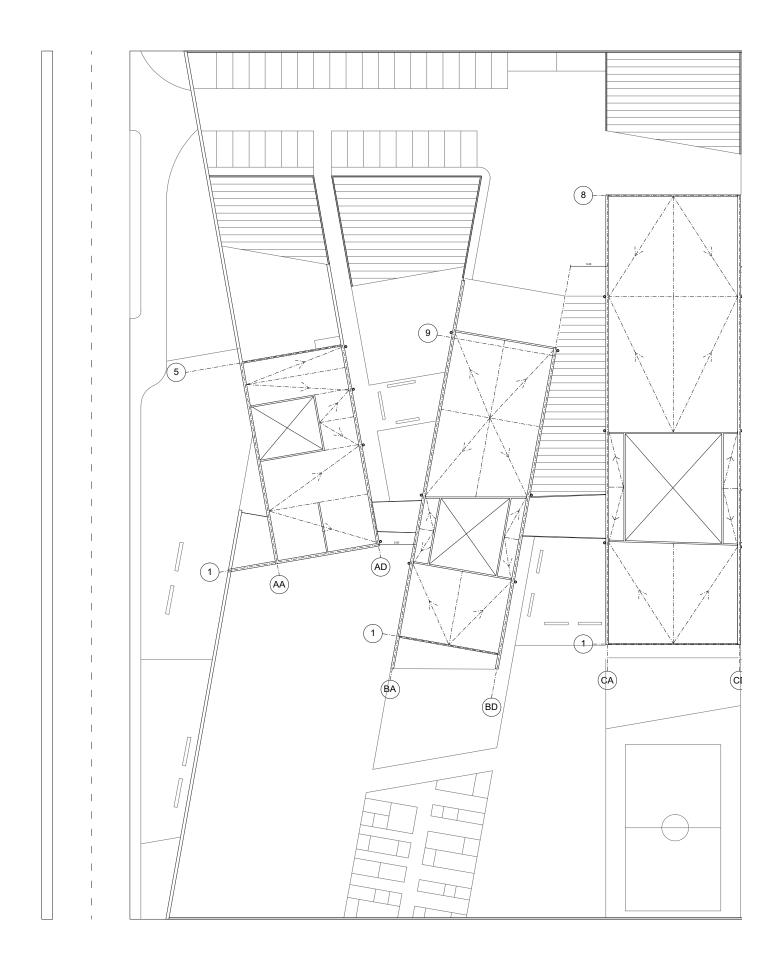

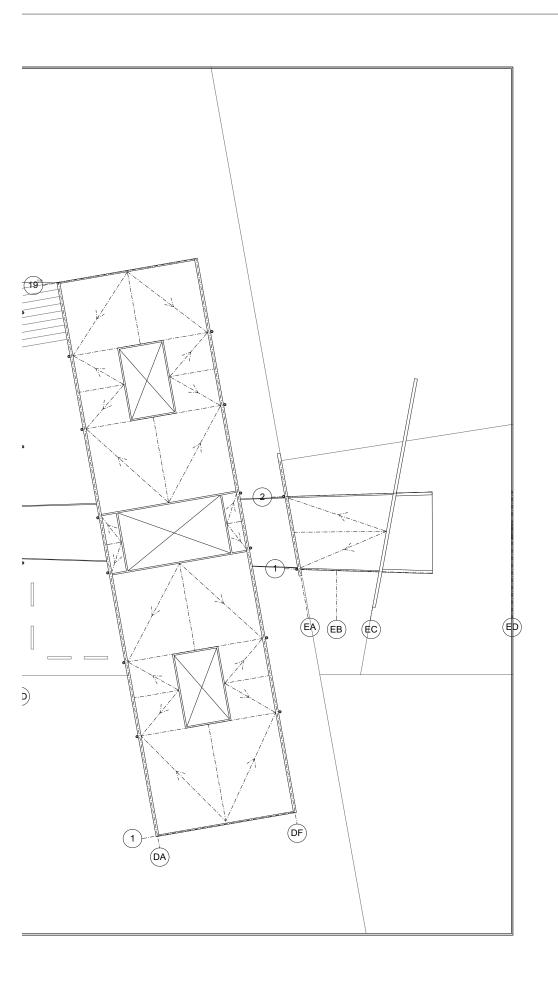

ALBERGUE PARA MIGRANTES

PROYECTO

BLANCO LÓPEZ ANDREA

MORA NIETO DANIELA

REVISÓ

ARQ. OSCAR ENRÍQUEZ ARQ. HARRIS LEE ARQ. EDUARDO SCHÜTTE

 $\mathsf{U}\,\mathsf{N}\,\mathsf{A}\,\mathsf{M}$ 


FACULTAD DE ARQUITECTURA TALLER JORGE GONZÁLEZ REYNA

NORTE



HUEHUETOCA EDO. DE MÉXICO

AV. BENIGNO PÉREZ

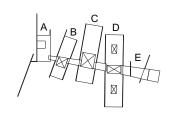

SIMBOLOGÍA



PRETÍL Y TRABES INVERTIDAS (TC-02) SENTIDO DE BAJADAS DE AGUAS PLUVIALES

O BAJADA DE AGUA PLUVIAL- BAP

NOTAS

Todas las BAP van exteriores al edificio con un tubo de acero inoxidable de 6 " de espesor


Canales en las trabes invertidas para flujo de bajadas de agua.


PLANTA DE TECHOS


E-03


1:500


0.5 1.5 1.0 2.0

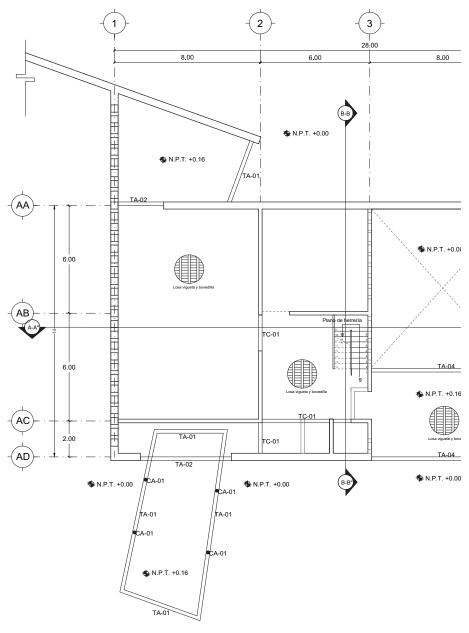

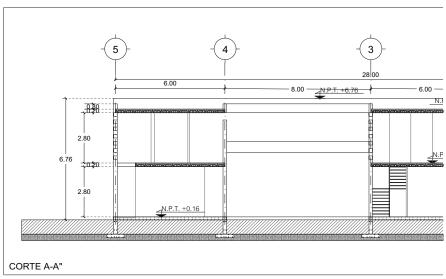

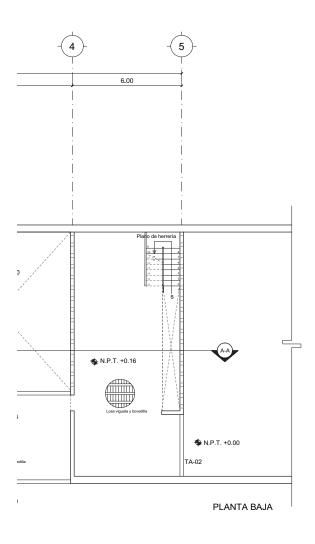

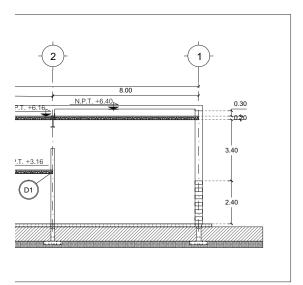

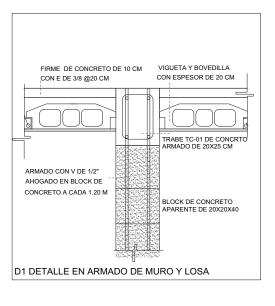

ALBERGUE PARA MIGRANTES

PROYECTO

BLANCO LÓPEZ ANDREA

MORA NIETO DANIELA

REVISÓ

ARQ. OSCAR ENRÍQUEZ ARQ. HARRIS LEE ARQ. EDUARDO SCHÜTTE

#### UNAM


FACULTAD DE ARQUITECTURA TALLER JORGE GONZÁLEZ REYNA





#### HUEHUETOCA EDO. DE MÉXICO

AV. BENIGNO PÉREZ

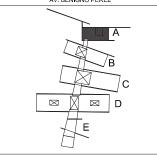

#### SIMBOLOGÍA

N.P.T. NIVEL DE PISO TERMINADO TRABE

MURO DE CARGA PROYECCIÓN DE LOSA

TRABE DE ACERO TA-01 VIGA I PATÍN 20 cm CON PERALTE 30 cm

TRABE DE ACERO TA-02 VIGA I PATÍN 20 cm CON PERALTE 40 cm

TRABE DE ACERO TA-03 VIGA I PATÍN 20 cm CON PERALTE 50 cm

TRABE DE ACERO TA-04 VIGA I PATÍN 20 cm CON PERALTE 60 cm

TRABE DE CONCRETO INVERTIDA 20X60 CM TC-00 ARMADO 4 V DE 1/2" ESTRIBOS 3/8 @20cm

TRABE DE CONCRETO 20x25 cm TC-01 ARMADO 4 V DE 1/2" ESTRIBOS 3/8 @20cm TRABE DE CONCRETO 1.20 m x 0.20m


TC-02 INVERTIDA
ARMADO 4 V DE 1/2" ESTRIBOS 3/8 @20cm
COLUMNA DE ACERO


CA-01 PERFIL CIRCULAR 3/8" CA-02 COLUMNA DE ACERO


PERFIL I


## **ESTRUCTURAL EDIFICIO A**


ESCALA 1:200

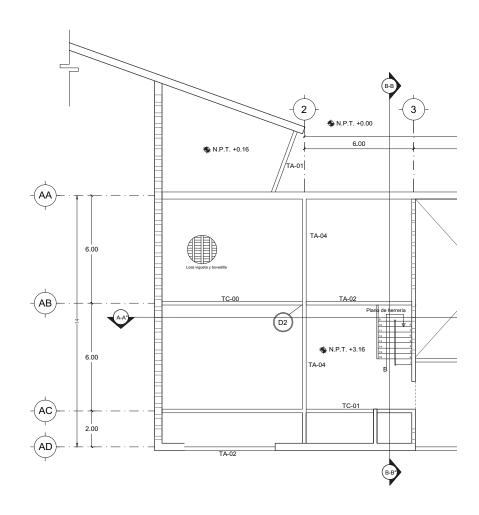

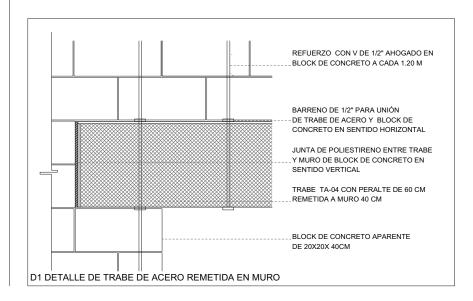

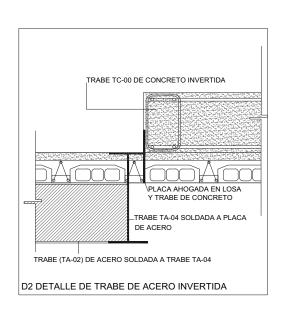

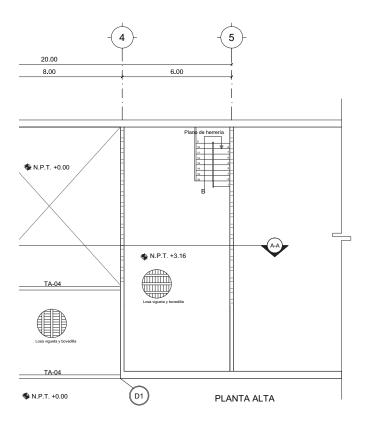

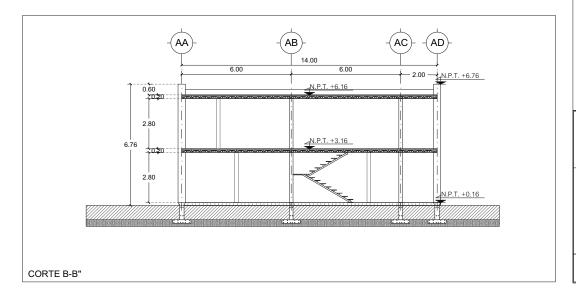

ALBERGUE PARA MIGRANTES

PROYECTO

BLANCO LÓPEZ ANDREA

MORA NIETO DANIELA

REVISÓ

ARQ. OSCAR ENRÍQUEZ ARQ. HARRIS LEE ARQ. EDUARDO SCHÜTTE

#### UNAM


FACULTAD DE ARQUITECTURA TALLER JORGE GONZÁLEZ REYNA

NORTE



#### HUEHUETOCA EDO. DE MÉXICO

AV. BENIGNO PÉREZ

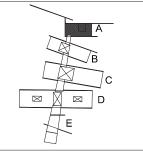

#### SIMBOLOGÍA

N.P.T. NIVEL DE PISO TERMINADO

TRABE

MURO DE CARGA
PROYECCIÓN DE LOSA

TA-01 TRABE DE ACERO
VIGA I PATÍN 20 cm CON PERALTE 30 cm

TA-02 TRABE DE ACERO VIGA I PATÍN 20 cm CON PERALTE 40 cm

TA-03 TRABE DE ACERO
VIGA I PATÍN 20 cm CON PERALTE 50 cm

TA-04 TRABE DE ACERO
VIGA I PATÍN 20 cm CON PERALTE 60 cm

TC-00 TRABE DE CONCRETO INVERTIDA 20X60 CM ARMADO 4 V DE 1/2" ESTRIBOS 3/8 @20cm

TC-01 TRABE DE CONCRETO 20x25 cm
ARMADO 4 V DE 1/2" ESTRIBOS 3/8 @20cm

TC-02 TRABE DE CONCRETO 1.20 m x 0.20m INVERTIDA ARMADO 4 V DE 1/2" ESTRIBOS 3/8 @20cm COLUMNA DE ACERO

CA-01 COLUMNA DE ACERO PERFIL CIRCULAR 3/8"


CA-02 COLUMNA DE ACERO PERFIL I


## ESTRUCTURAL EDIFICIO A


E-05

1:200

0.5 1.5 1.0 2.0

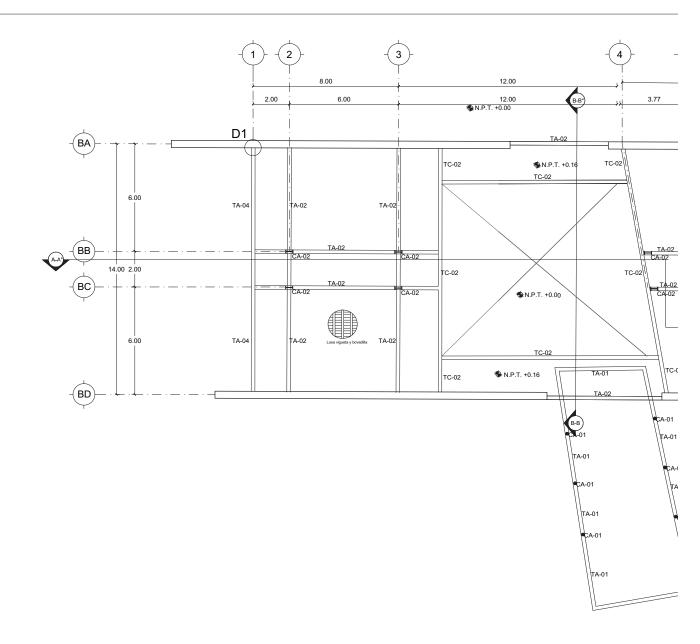

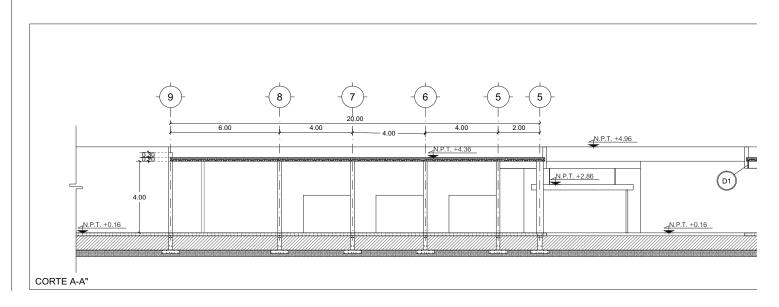


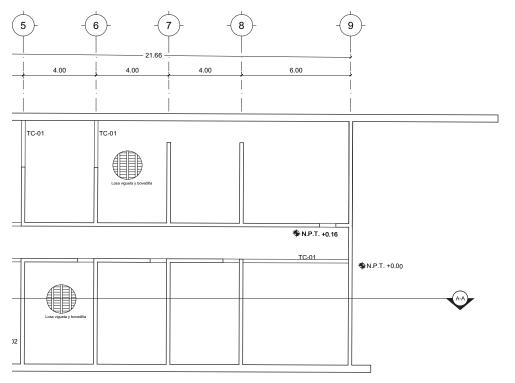


**♦**N.P.T. +0.00

ι**-**01



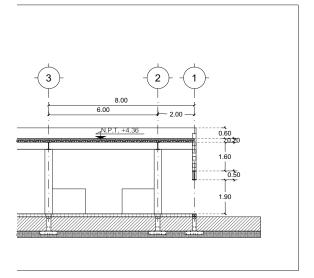

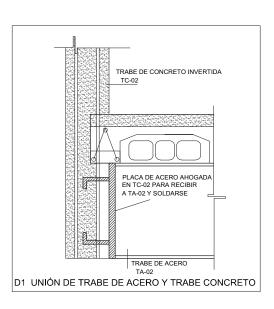

## LUCES EN EL CAMINO

#### ALBERGUE PARA MIGRANTES

PROYECTO

BLANCO LÓPEZ ANDREA

MORA NIETO DANIELA

REVISÓ

ARQ. OSCAR ENRÍQUEZ ARQ. HARRIS LEE ARQ. EDUARDO SCHÜTTE

UNAM


FACULTAD DE ARQUITECTURA TALLER JORGE GONZÁLEZ REYNA

NORTE



HUEHUETOCA EDO. DE MÉXICO

AV. BENIGNO PÉREZ

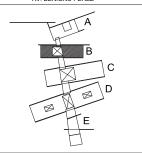

#### SIMBOLOGÍA

N.P.T. NIVEL DE PISO TERMINADO TRABE

MURO DE CARGA PROYECCIÓN DE LOSA

TRABE DE ACERO TA-01 VIGA I PATÍN 20 cm CON PERALTE 30 cm

TRABE DE ACERO TA-02

VIGA I PATÍN 20 cm CON PERALTE 40 cm

TRABE DE ACERO TA-03 VIGA I PATÍN 20 cm CON PERALTE 50 cm

TRABE DE ACERO

TA-04 VIGA I PATÍN 20 cm CON PERALTE 60 cm

TRABE DE CONCRETO INVERTIDA 20X60 CM TC-00

ARMADO 4 V DE 1/2" ESTRIBOS 3/8 @20cm TRABE DE CONCRETO 20x25 cm

TC-01 ARMADO 4 V DE 1/2" ESTRIBOS 3/8 @20cm

TRABE DE CONCRETO 1.20 m x 0.20m

INVERTIDA ARMADO 4 V DE 1/2" ESTRIBOS 3/8 @20cm COLUMNA DE ACERO


CA-01 PERFIL CIRCULAR 3/8"


CA-02 COLUMNA DE ACERO PERFIL I


## **ESTRUCTURAL EDIFICIO B**


E-06

ESCALA 1:200

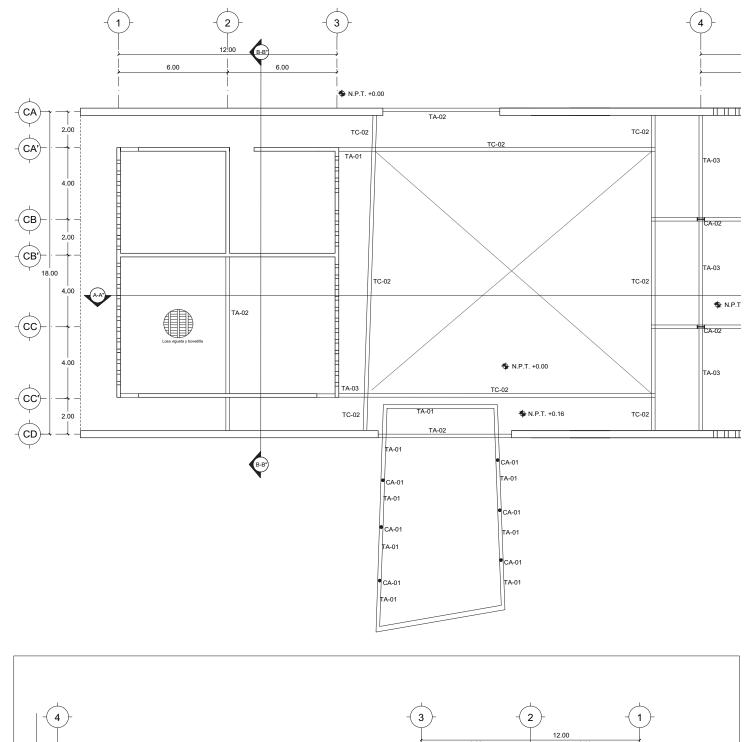

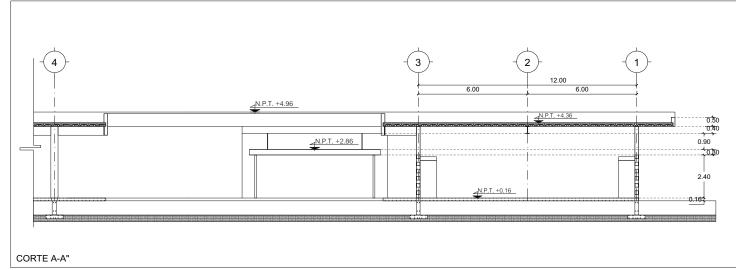

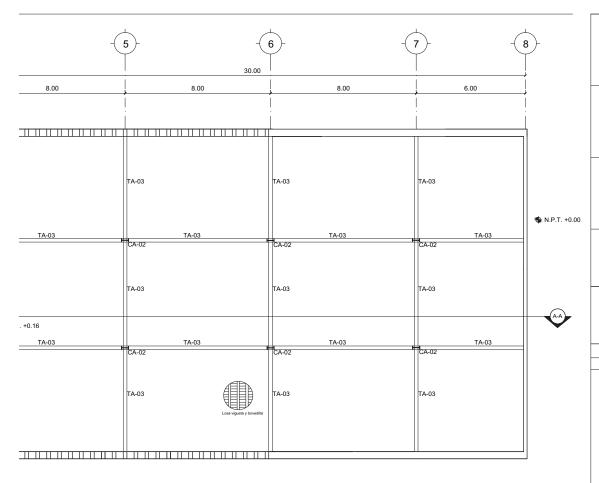

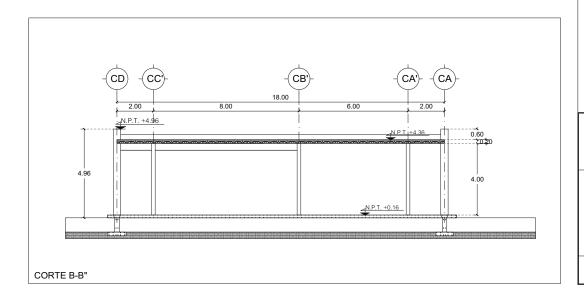

#### ALBERGUE PARA MIGRANTES

PROYECTO

BLANCO LÓPEZ ANDREA MORA NIETO DANIELA

REVISÓ

ARQ. OSCAR ENRÍQUEZ ARQ. HARRIS LEE ARQ. EDUARDO SCHÜTTE


UNAM FACULTAD DE ARQUITECTURA

TALLER JORGE GONZÁLEZ REYNA NORTE



HUEHUETOCA EDO. DE MÉXICO

AV. BENIGNO PÉREZ

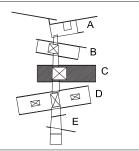

#### SIMBOLOGÍA

N.P.T. NIVEL DE PISO TERMINADO TRABE

TRABE DE ACERO

MURO DE CARGA PROYECCIÓN DE LOSA

TA-01 VIGA I PATÍN 20 cm CON PERALTE 30 cm

TRABE DE ACERO TA-02

VIGA I PATÍN 20 cm CON PERALTE 40 cm TRABE DE ACERO

TA-03 VIGA I PATÍN 20 cm CON PERALTE 50 cm

TRABE DE ACERO TA-04

VIGA I PATÍN 20 cm CON PERALTE 60 cm

TRABE DE CONCRETO INVERTIDA 20X60 CM TC-00 ARMADO 4 V DE 1/2" ESTRIBOS 3/8 @20cm

TRABE DE CONCRETO 20x25 cm TC-01 ARMADO 4 V DE 1/2" ESTRIBOS 3/8 @20cm

TRABE DE CONCRETO 1.20 m x 0.20m

INVERTIDA ARMADO 4 V DE 1/2" ESTRIBOS 3/8 @20cm COLUMNA DE ACERO


CA-01 PERFIL CIRCULAR 3/8"


CA-02 COLUMNA DE ACERO PERFIL I


## **ESTRUCTURAL** EDIFICIO C


E-07

ESCALA 1:200

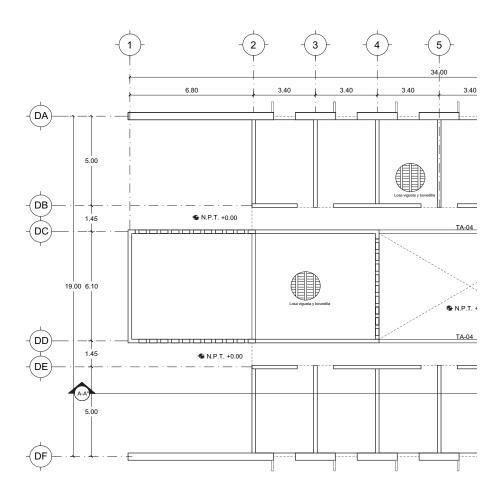

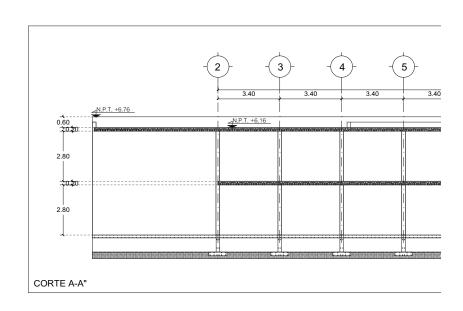

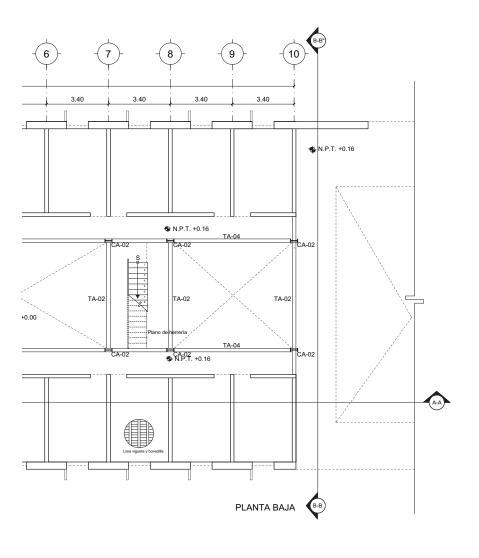

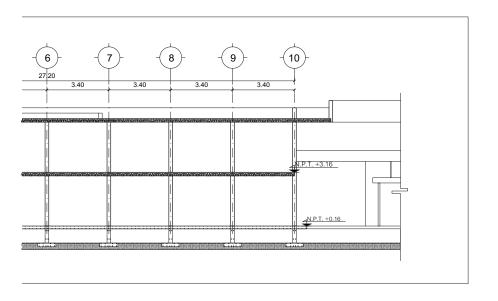

#### ALBERGUE PARA MIGRANTES

PROYECTO

BLANCO LÓPEZ ANDREA

MORA NIETO DANIELA

REVISÓ

ARQ. OSCAR ENRÍQUEZ ARQ. HARRIS LEE ARQ. EDUARDO SCHÜTTE

UNAM


FACULTAD DE ARQUITECTURA TALLER JORGE GONZÁLEZ REYNA

NORTE



HUEHUETOCA EDO. DE MÉXICO

AV. BENIGNO PÉREZ

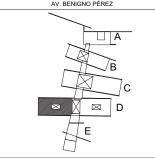

#### SIMBOLOGÍA

N.P.T. NIVEL DE PISO TERMINADO

TRABE MURO DE CARGA

PROYECCIÓN DE LOSA

TRABE DE ACERO TA-01

VIGA I PATÍN 20 cm CON PERALTE 30 cm

TRABE DE ACERO

TA-02 VIGA I PATÍN 20 cm CON PERALTE 40 cm

TRABE DE ACERO TA-03

VIGA I PATÍN 20 cm CON PERALTE 50 cm

TRABE DE ACERO TA-04

VIGA I PATÍN 20 cm CON PERALTE 60 cm

TRABE DE CONCRETO INVERTIDA 20X60 CM TC-00 ARMADO 4 V DE 1/2" ESTRIBOS 3/8 @20cm

TRABE DE CONCRETO 20x25 cm TC-01 ARMADO 4 V DE 1/2" ESTRIBOS 3/8 @20cm

TRABE DE CONCRETO 1.20 m x 0.20m

INVERTIDA ARMADO 4 V DE 1/2" ESTRIBOS 3/8 @20cm COLUMNA DE ACERO

CA-01

PERFIL CIRCULAR 3/8"


CA-02 COLUMNA DE ACERO PERFIL I


## **ESTRUCTURAL** EDIFICIO D


DORMITORIO HOMBRES


E-08

ESCALA 1:200

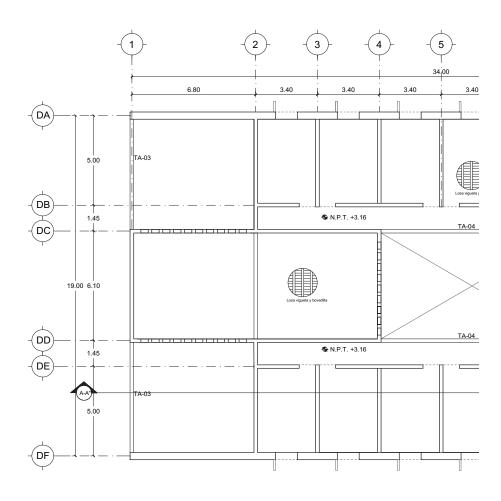

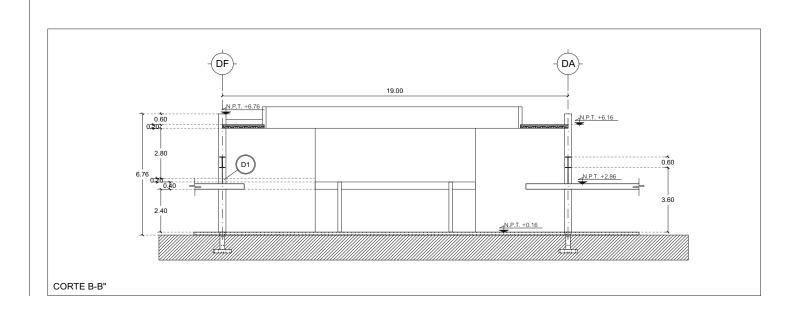

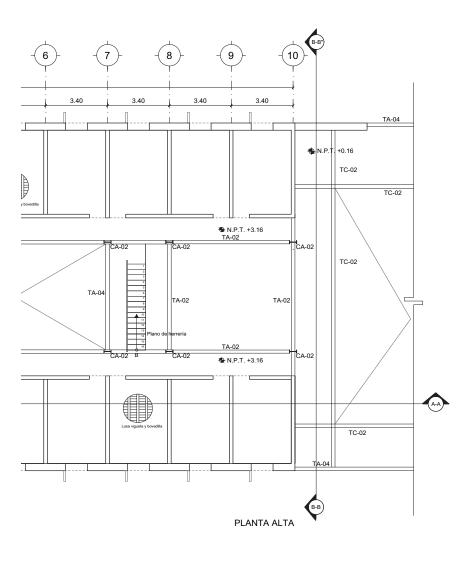

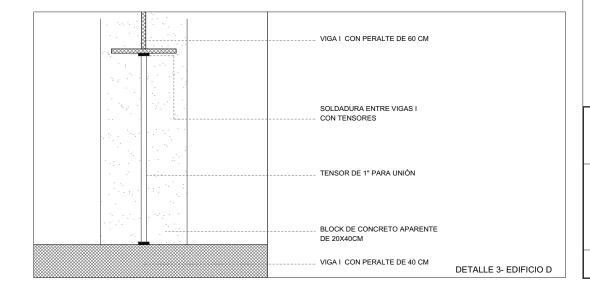

#### ALBERGUE PARA MIGRANTES

PROYECTO

BLANCO LÓPEZ ANDREA

MORA NIETO DANIELA

REVISÓ

ARQ. OSCAR ENRÍQUEZ ARQ. HARRIS LEE ARQ. EDUARDO SCHÜTTE


UNAM

FACULTAD DE ARQUITECTURA TALLER JORGE GONZÁLEZ REYNA

NORTE



HUEHUETOCA EDO. DE MÉXICO

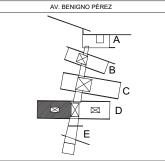

#### SIMBOLOGÍA

N.P.T. NIVEL DE PISO TERMINADO

TRABE MURO DE CARGA

PROYECCIÓN DE LOSA

TRABE DE ACERO TA-01

VIGA I PATÍN 20 cm CON PERALTE 30 cm

TRABE DE ACERO TA-02

VIGA I PATÍN 20 cm CON PERALTE 40 cm

TRABE DE ACERO TA-03

VIGA I PATÍN 20 cm CON PERALTE 50 cm

TRABE DE ACERO TA-04

VIGA I PATÍN 20 cm CON PERALTE 60 cm TRABE DE CONCRETO INVERTIDA 20X60 CM TC-00

ARMADO 4 V DE 1/2" ESTRIBOS 3/8 @20cm TRABE DE CONCRETO 20x25 cm

TC-01 ARMADO 4 V DE 1/2" ESTRIBOS 3/8 @20cm

TRABE DE CONCRETO 1.20 m x 0.20m

INVERTIDA ARMADO 4 V DE 1/2" ESTRIBOS 3/8 @20cm COLUMNA DE ACERO


CA-01 PERFIL CIRCULAR 3/8"


CA-02 COLUMNA DE ACERO


PERFIL I

## **ESTRUCTURAL** EDIFICIO D DORMITORIO HOMBRES


ESCALA 1:200

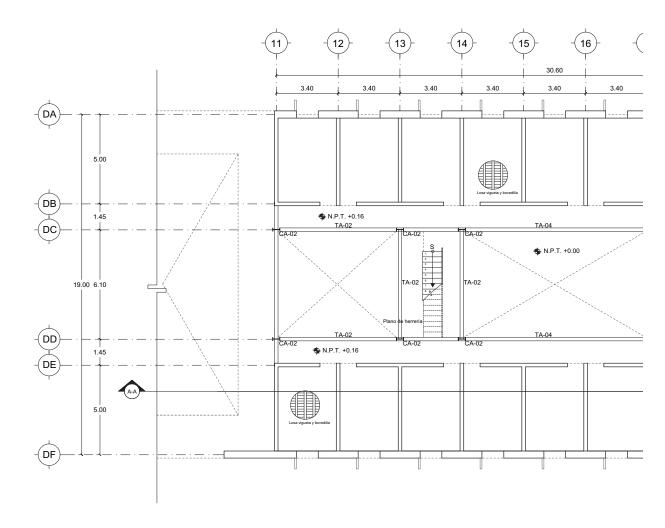

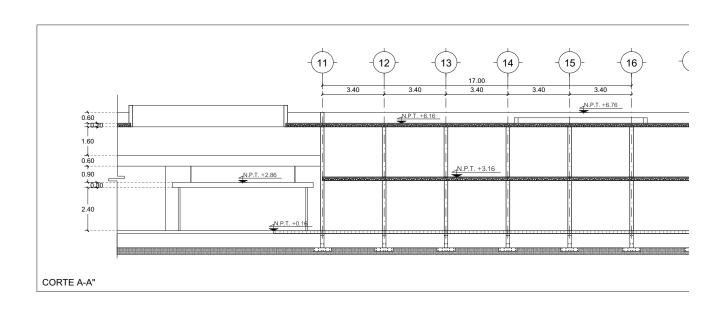

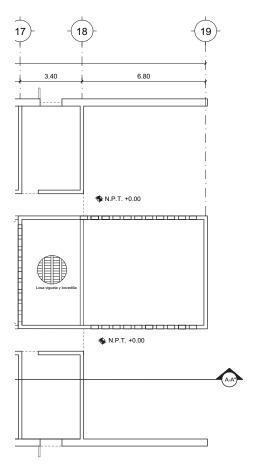

PLANTA BAJA

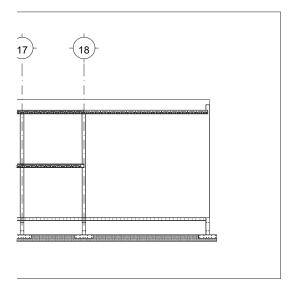

#### ALBERGUE PARA MIGRANTES

PROYECTO

BLANCO LÓPEZ ANDREA

MORA NIETO DANIELA

REVISÓ

ARQ. OSCAR ENRÍQUEZ ARQ. HARRIS LEE ARQ. EDUARDO SCHÜTTE

UNAM


FACULTAD DE ARQUITECTURA TALLER JORGE GONZÁLEZ REYNA

NORTE



HUEHUETOCA EDO. DE MÉXICO

AV. BENIGNO PÉREZ

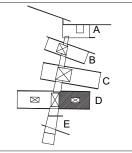

#### SIMBOLOGÍA

N.P.T. NIVEL DE PISO TERMINADO

TRABE \_\_\_\_\_ MURO DE CARGA

PROYECCIÓN DE LOSA

TRABE DE ACERO TA-01

VIGA I PATÍN 20 cm CON PERALTE 30 cm

TRABE DE ACERO TA-02

VIGA I PATÍN 20 cm CON PERALTE 40 cm

TRABE DE ACERO TA-03

VIGA I PATÍN 20 cm CON PERALTE 50 cm TRABE DE ACERO

TA-04

VIGA I PATÍN 20 cm CON PERALTE 60 cm

TC-00 TRABE DE CONCRETO INVERTIDA 20X60 CM ARMADO 4 V DE 1/2" ESTRIBOS 3/8 @20cm

TRABE DE CONCRETO 20x25 cm TC-01 ARMADO 4 V DE 1/2" ESTRIBOS 3/8 @20cm

TRABE DE CONCRETO 1.20 m x 0.20m

INVERTIDA ARMADO 4 V DE 1/2" ESTRIBOS 3/8 @20cm COLUMNA DE ACERO

CA-01


PERFIL CIRCULAR 3/8" CA-02 COLUMNA DE ACERO PERFIL I


## **ESTRUCTURAL** EDIFICIO D

DORMITORIO MUJERES

E-10

ESCALA 1:200

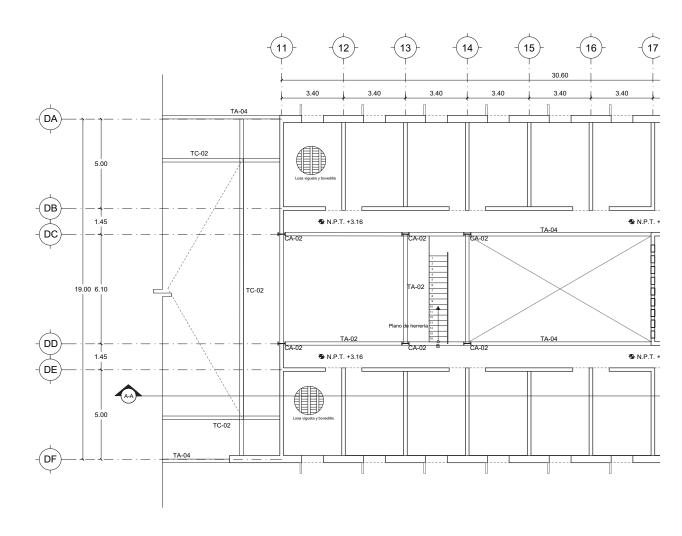

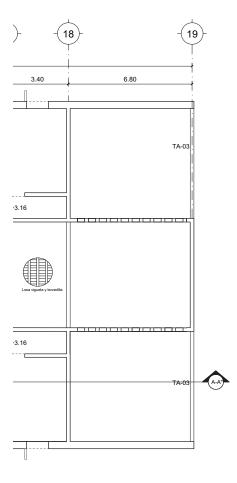

PLANTA ALTA

#### ALBERGUE PARA MIGRANTES

PROYECTO

BLANCO LÓPEZ ANDREA

MORA NIETO DANIELA

REVISÓ

ARQ. OSCAR ENRÍQUEZ ARQ. HARRIS LEE ARQ. EDUARDO SCHÜTTE

UNAM


FACULTAD DE ARQUITECTURA TALLER JORGE GONZÁLEZ REYNA

NORTE



#### HUEHUETOCA EDO. DE MÉXICO

AV. BENIGNO PÉREZ

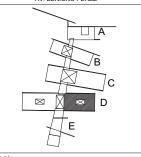

#### SIMBOLOGÍA

N.P.T. NIVEL DE PISO TERMINADO

TRABE \_\_\_\_\_ MURO DE CARGA

PROYECCIÓN DE LOSA

TRABE DE ACERO TA-01

VIGA I PATÍN 20 cm CON PERALTE 30 cm

TRABE DE ACERO TA-02 VIGA I PATÍN 20 cm CON PERALTE 40 cm

TRABE DE ACERO

TA-03 VIGA I PATÍN 20 cm CON PERALTE 50 cm

TRABE DE ACERO TA-04

VIGA I PATÍN 20 cm CON PERALTE 60 cm

TC-00 TRABE DE CONCRETO INVERTIDA 20X60 CM ARMADO 4 V DE 1/2" ESTRIBOS 3/8 @20cm

TRABE DE CONCRETO 20x25 cm TC-01

ARMADO 4 V DE 1/2" ESTRIBOS 3/8 @20cm

TRABE DE CONCRETO 1.20 m x 0.20m INVERTIDA ARMADO 4 V DE 1/2" ESTRIBOS 3/8 @20cm COLUMNA DE ACERO


CA-01 PERFIL CIRCULAR 3/8"


CA-02 COLUMNA DE ACERO PERFIL I


## **ESTRUCTURAL** EDIFICIO D


DORMITORIO MUJERES

ESCALA 1:200

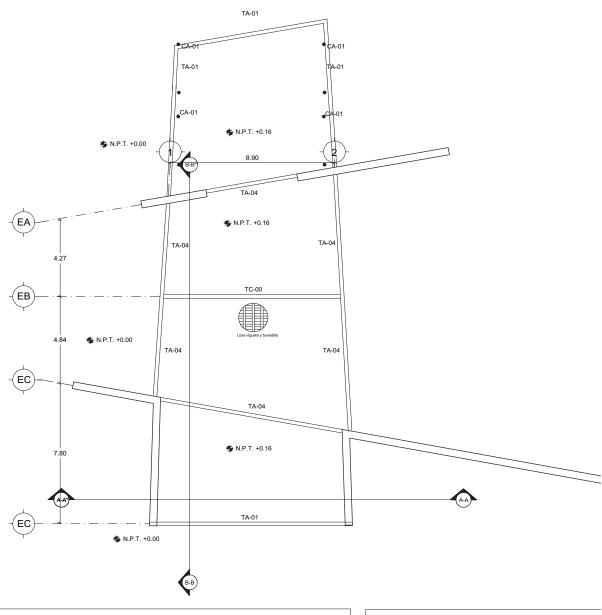

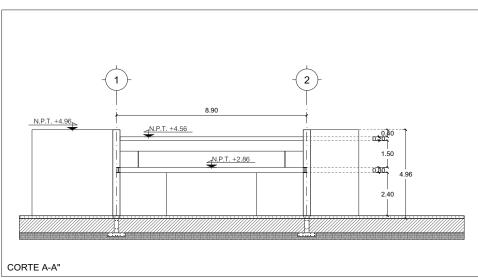

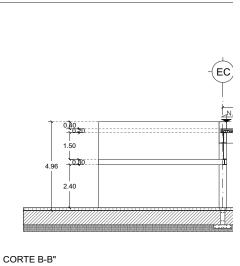

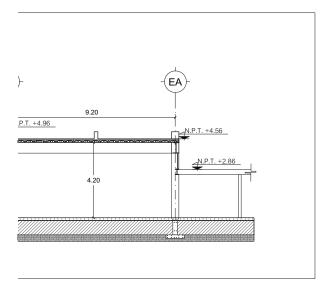

### ALBERGUE PARA MIGRANTES

PROYECTO

BLANCO LÓPEZ ANDREA

MORA NIETO DANIELA

REVISÓ

ARQ. OSCAR ENRÍQUEZ ARQ. HARRIS LEE ARQ. EDUARDO SCHÜTTE

UNAM


FACULTAD DE ARQUITECTURA TALLER JORGE GONZÁLEZ REYNA

NORTE



### HUEHUETOCA EDO. DE MÉXICO

AV. BENIGNO PÉREZ

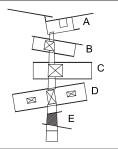

### SIMBOLOGÍA

N.P.T. NIVEL DE PISO TERMINADO

TRABE \_\_\_\_\_ MURO DE CARGA

PROYECCIÓN DE LOSA

TRABE DE ACERO TA-01

VIGA I PATÍN 20 cm CON PERALTE 30 cm

TRABE DE ACERO TA-02

VIGA I PATÍN 20 cm CON PERALTE 40 cm

TA-03 TRABE DE ACERO

VIGA I PATÍN 20 cm CON PERALTE 50 cm

TRABE DE ACERO TA-04

VIGA I PATÍN 20 cm CON PERALTE 60 cm

TC-00 TRABE DE CONCRETO INVERTIDA 20X60 CM ARMADO 4 V DE 1/2" ESTRIBOS 3/8 @20cm

TC-01 TRABE DE CONCRETO 20x25 cm ARMADO 4 V DE 1/2" ESTRIBOS 3/8 @20cm

TC-02 TRABE DE CONCRETO 1.20 m x 0.20m

INVERTIDA ARMADO 4 V DE 1/2" ESTRIBOS 3/8 @20cm COLUMNA DE ACERO


CA-01 PERFIL CIRCULAR 3/8"


CA-02 COLUMNA DE ACERO PERFIL I

# **ESTRUCTURAL EDIFICIO E**

E-12

ESCALA 1:200

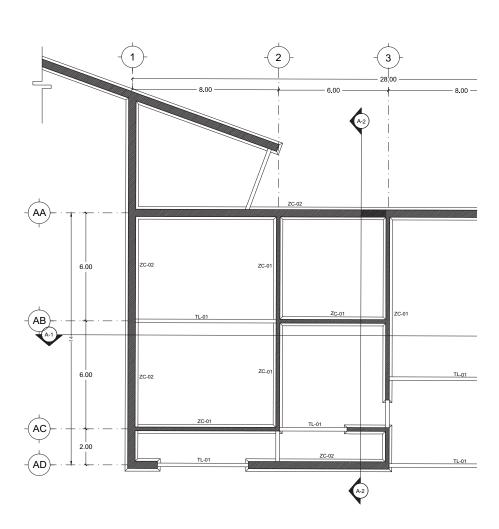

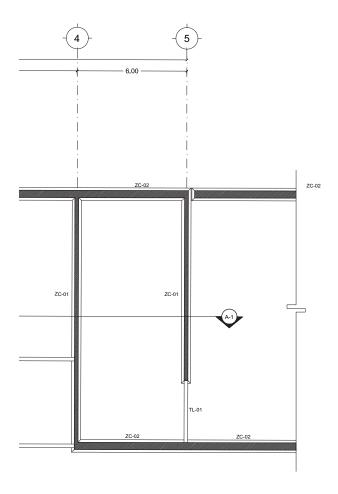

ALBERGUE PARA MIGRANTES

PROYECTO

BLANCO LÓPEZ ANDREA

MORA NIETO DANIELA

REVISÓ

ARQ. OSCAR ENRÍQUEZ ARQ. HARRIS LEE ARQ. EDUARDO SCHÜTTE

### UNAM


FACULTAD DE ARQUITECTURA TALLER JORGE GONZÁLEZ REYNA

NORTE



HUEHUETOCA EDO. DE MÉXICO

AV. BENIGNO PÉREZ

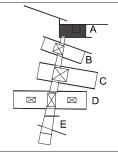

SIMBOLOGÍA

ZC-01 ZAPATA CORRIDA DE CONCRETO BASE 50cm

ZC-02 ZAPATA CORRIDA DE CONCRETO BASE 70cm

ZA-01 ZAPATA AISLADA

DE CONCRETO BASE 50cm

ZA-02 ZAPATA AISLADA
DE CONCRETO BASE CUADRADA 50cm


TL-01 TRABE DE LIGA DE CONCRETO ARMADO


# PLANTA DE CIMENTACIÓN EDIFICIO A

E-13

1:200



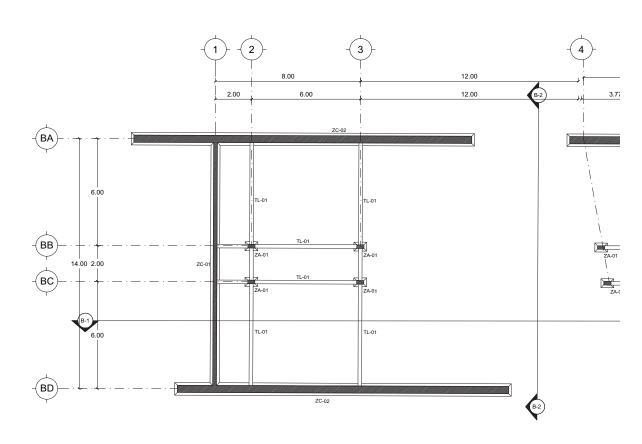

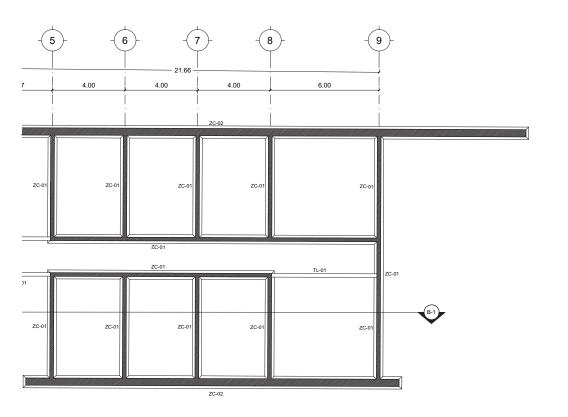

ALBERGUE PARA MIGRANTES

PROYECTO

BLANCO LÓPEZ ANDREA

MORA NIETO DANIELA

REVISÓ

ARQ. OSCAR ENRÍQUEZ ARQ. HARRIS LEE ARQ. EDUARDO SCHÜTTE

### UNAM


FACULTAD DE ARQUITECTURA TALLER JORGE GONZÁLEZ REYNA

NORTE



HUEHUETOCA EDO. DE MÉXICO

AV. BENIGNO PÉREZ

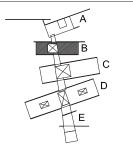

### SIMBOLOGÍA

ZAPATA CORRIDA ZC-01 DE CONCRETO BASE 50cm

ZAPATA CORRIDA DE CONCRETO BASE 70cm ZC-02

ZAPATA AISLADA ZA-01 DE CONCRETO BASE 50cm

ZA-02 ZAPATA AISLADA


DE CONCRETO BASE CUADRADA 50cm

TL-01 TRABE DE LIGA DE CONCRETO ARMADO

# PLANTA DE CIMENTACIÓN **EDIFICIO B**

E-14

ESCALA 1:200

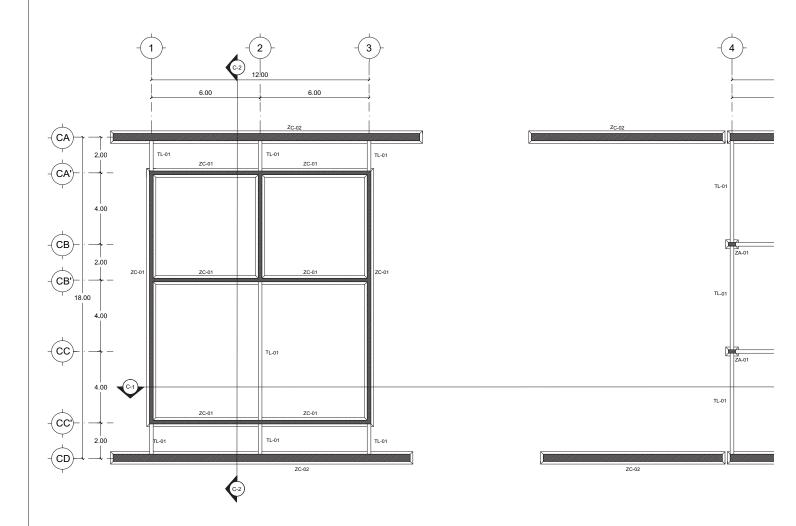

# TL-01 TL-01

# LUCES EN EL CAMINO

### ALBERGUE PARA MIGRANTES

PROYECTO

BLANCO LÓPEZ ANDREA

MORA NIETO DANIELA

REVISÓ

ARQ. OSCAR ENRÍQUEZ ARQ. HARRIS LEE ARQ. EDUARDO SCHÜTTE

### UNAM


FACULTAD DE ARQUITECTURA TALLER JORGE GONZÁLEZ REYNA

NORTE



HUEHUETOCA EDO. DE MÉXICO

AV. BENIGNO PÉREZ

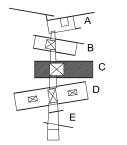

### SIMBOLOGÍA

ZC-01 ZAPATA CORRIDA DE CONCRETO BASE 50cm

ZC-02 ZAPATA CORRIDA
DE CONCRETO BASE 70cm

.01 ZAPATA AISLADA

DE CONCRETO BASE 50cm

ZA-02 ZAPATA AISLADA

DE CONCRETO BASE CUADRADA 50cm


TL-01 TRABE DE LIGA DE CONCRETO ARMADO


# PLANTA DE CIMENTACIÓN EDIFICIO C

E-15

1:200



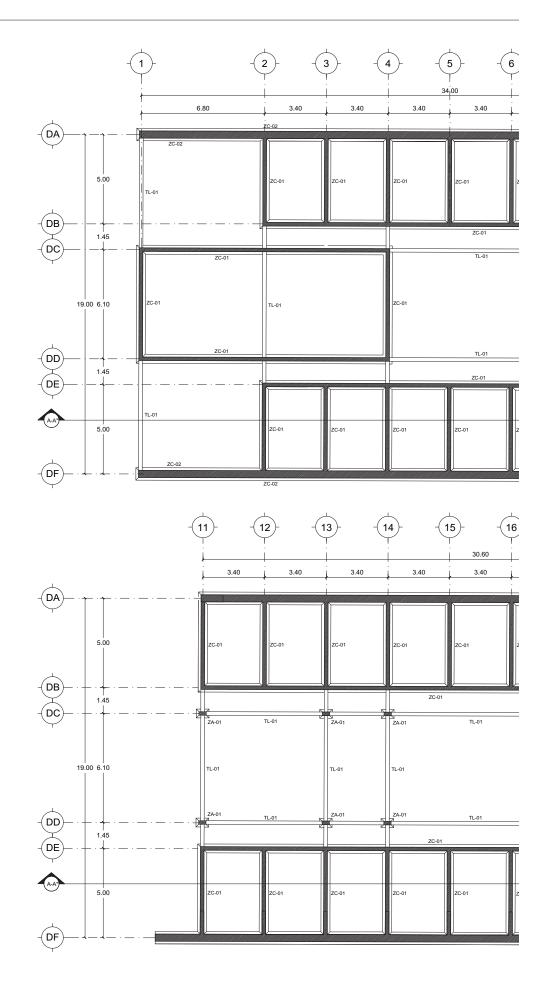

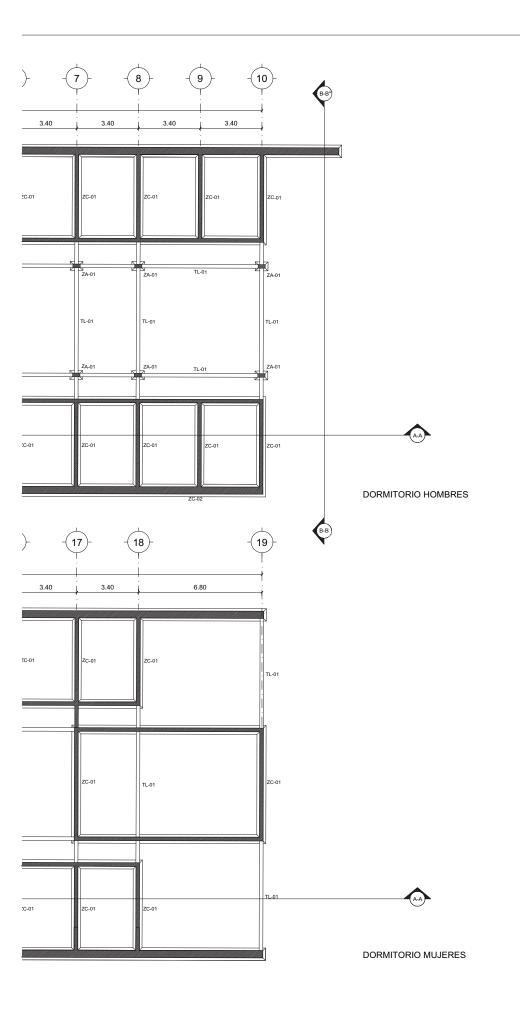

ALBERGUE PARA MIGRANTES

PROYECTO

BLANCO LÓPEZ ANDREA

MORA NIETO DANIELA

REVISÓ

ARQ. OSCAR ENRÍQUEZ ARQ. HARRIS LEE ARQ. EDUARDO SCHÜTTE

UNAM


FACULTAD DE ARQUITECTURA TALLER JORGE GONZÁLEZ REYNA

NORTE



HUEHUETOCA EDO. DE MÉXICO

AV. BENIGNO PÉREZ

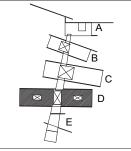

SIMBOLOGÍA

ZC-01 ZAPATA CORRIDA DE CONCRETO BASE 50cm

ZC-02 ZAPATA CORRIDA
DE CONCRETO BASE 70cm

ZAPATA AISLADA DE CONCRETO BASE 50cm

ZA-02 ZAPATA AISLADA

DE CONCRETO BASE CUADRADA 50cm


TL-01 TRABE DE LIGA DE CONCRETO ARMADO


PLANTA DE CIMENTACIÓN EDIFICIO D


E-16


1:200


0.5 1.0 2.0

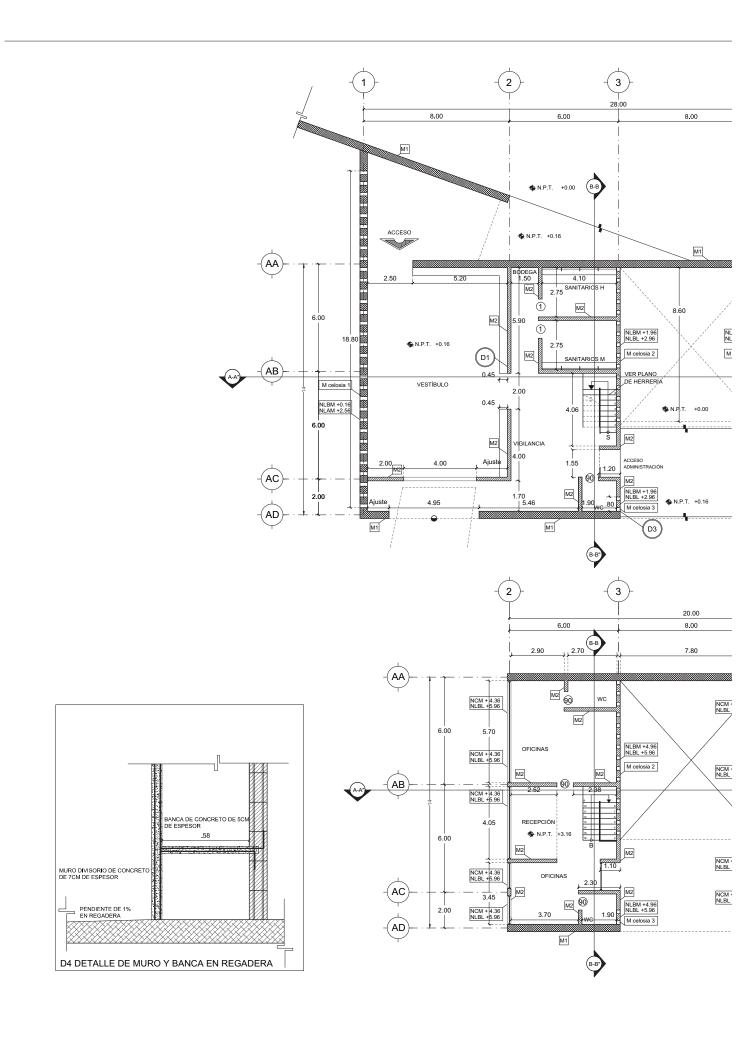


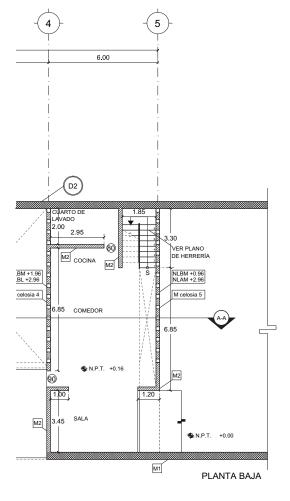

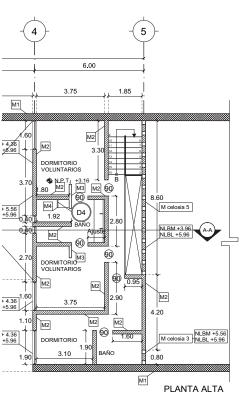

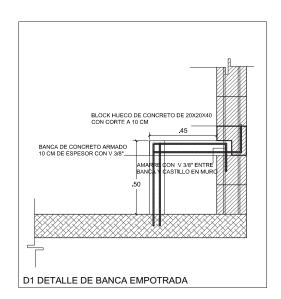

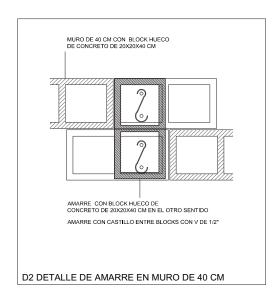

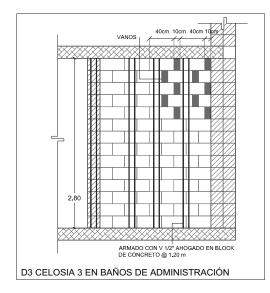

# LUCES EN EL CAMINO ALBERGUE PARA MIGRANTES


PROYECTO

BLANCO LÓPEZ ANDREA MORA NIETO DANIELA

REVISÓ


ARQ. OSCAR ENRÍQUEZ ARQ. HARRIS LEE ARQ. EDUARDO SCHÜTTE

UNAM FACULTAD DE ARQUITECTURA TALLER JORGE GONZÁLEZ REYNA

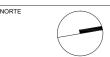

HUEHUETOCA EDO. DE MÉXICO

AV. BENIGNO PÉREZ

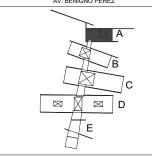

SIMBOLOGÍA

N.P.T. NIVEL DE PISO TERMINADO NCM NIVEL CORONAMIENTO DE MURO NI BI NIVEL LECHO BAJO DE LOSA NLBM NIVEL LECHO BAJO DE MURO NLAM NIVEL LECHO ALTO DE MURO NIVEL LECHO BAJO DE CANCEL NI BC NIVEL LECHO ALTO DE CANCEL NLAC

MURO BLOCK HUECO DE CONCRETO M1 20 x 20 x 40 cm DOS HILADAS M2 M3

MURO BLOCK HUECO DE CONCRETO 20 x 20 x 40 cm MURO BLOCK HUECO DE CONCRETO 20 x 12 x 40 cm MURO DE CONCRETO COLADO ESPESOR 10 cm

M celosia #

M4

1

**(** DETALLE

VANO PARA PUERTA DE 1 M


80 VANO PARA PUERTA DE 80 CM VANO PARA PUERTA DE 90 CM (90)


NOTAS -Ver en las celosias en detalles y cortes


# **ALBAÑILERÍAS EDIFICIO A**


**AL-01** 


ESCALA 1:200

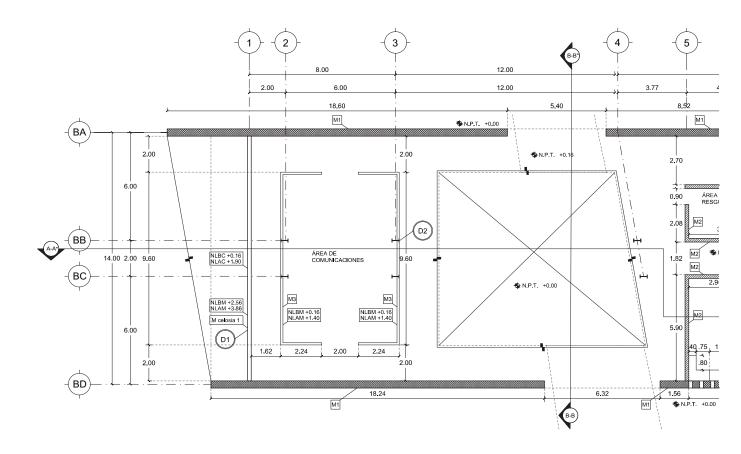

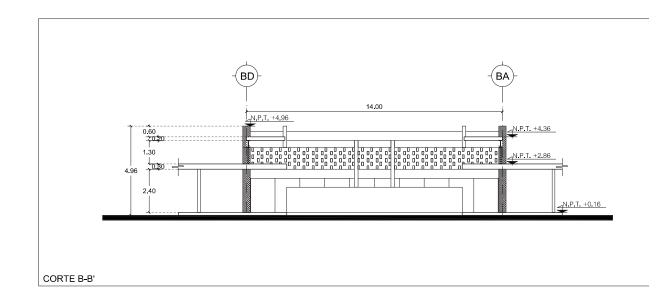

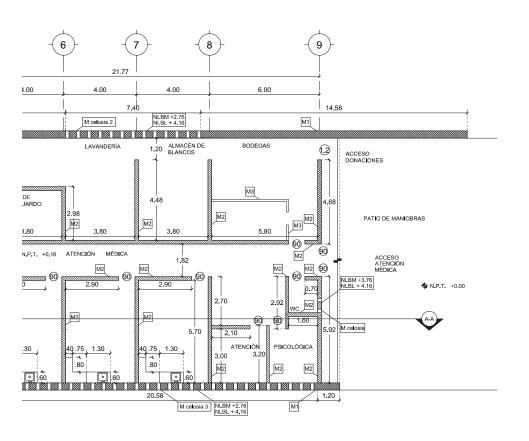

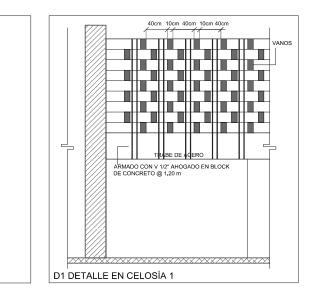

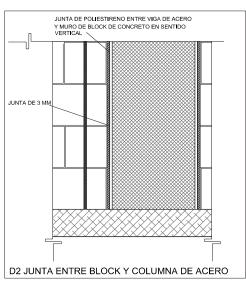

ALBERGUE PARA MIGRANTES

PROYECTO

BLANCO LÓPEZ ANDREA

MORA NIETO DANIELA

REVISÓ

ARQ. OSCAR ENRÍQUEZ ARQ. HARRIS LEE ARQ. EDUARDO SCHÜTTE

### UNAM


FACULTAD DE ARQUITECTURA TALLER JORGE GONZÁLEZ REYNA





HUEHUETOCA EDO. DE MÉXICO

AV. BENIGNO PÉREZ

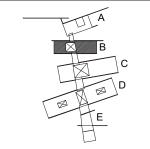

### SIMBOLOGÍA

NIVEL DE PISO TERMINADO NIVEL CORONAMIENTO DE MURO NIVEL LECHO BAJO DE LOSA NCM NLBL NLBM NIVEL LECHO BAJO DE MURO NI AM NIVEL LECHO ALTO DE MURO. NIVEL LECHO BAJO DE CANCEL NLBC NLAC NIVEL LECHO ALTO DE CANCEL

M1 M2 M3

MURO BLOCK HUECO DE CONCRETO 20 x 20 x 40 cm DOS HILADAS MURO BLOCK HUECO DE CONCRETO MURO BLOCK HUECO DE CONCRETO 20 x 20 x 40 cm MURO BLOCK HUECO DE CONCRETO 20 x 12 x 40 cm MURO DE CONCRETO COLADO ESPESOR 10 cm

M4

M celosia # NÚMERO DE MURO CON CELOSIA DETALLE

**(** 90

VANO PARA PUERTA DE 90 CM VANO PARA PUERTA DE 1.2 M


1.2


-Ver en las celosias en detalles v cortes


NOTAS


# **ALBAÑILERÍAS EDIFICIO B**

ESCALA 1:200

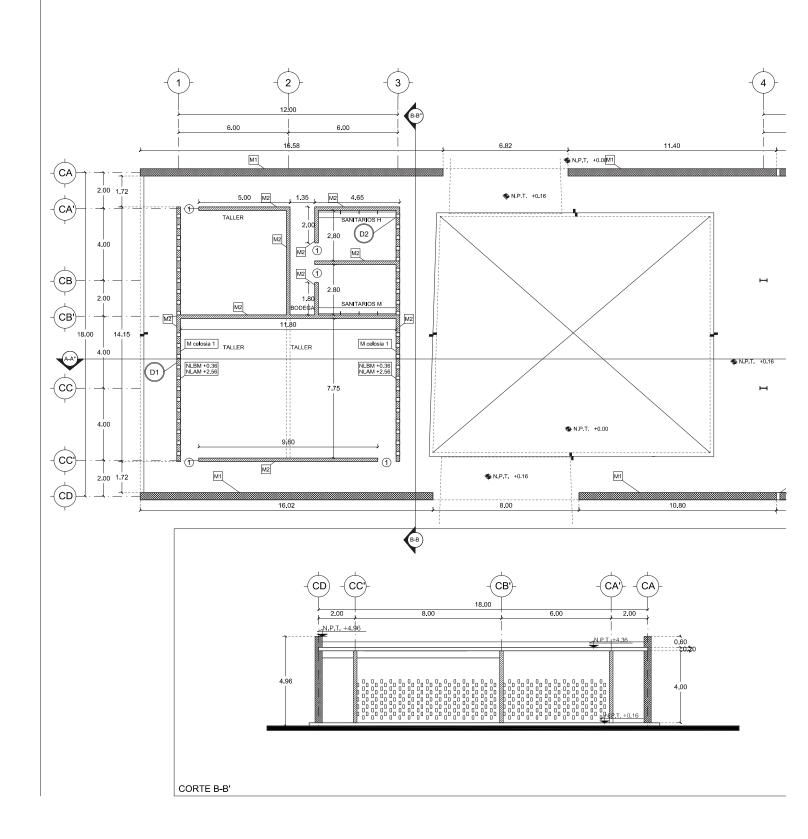

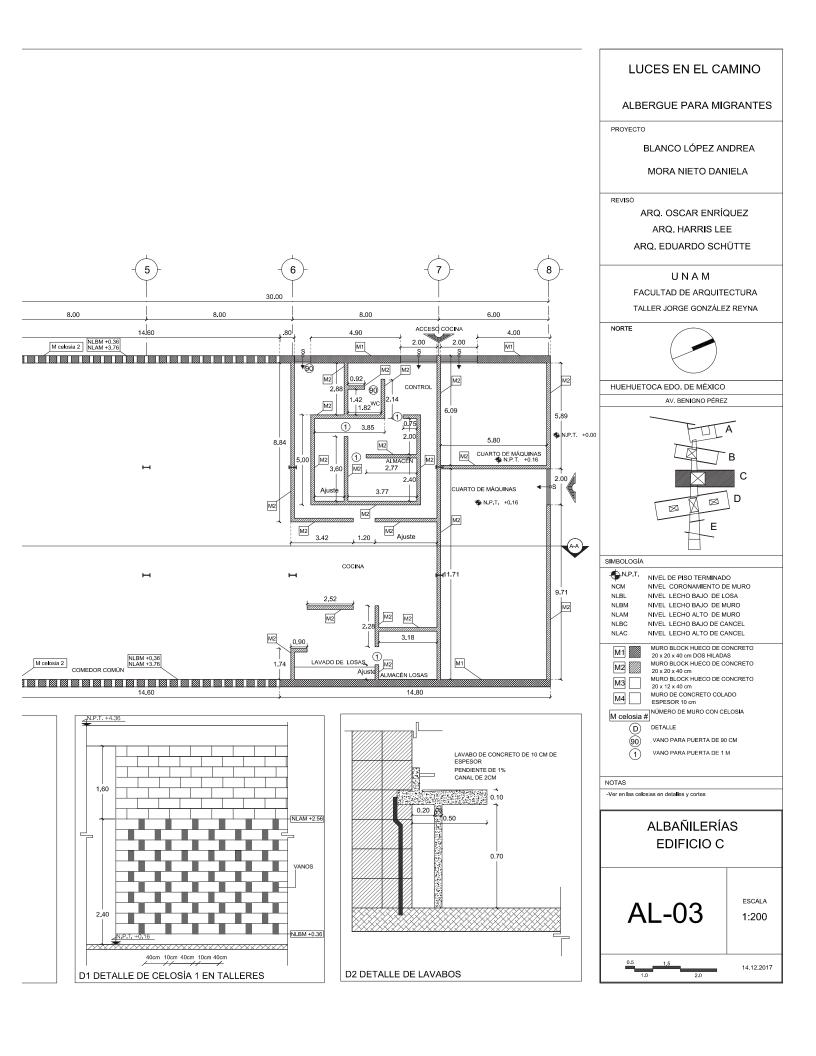

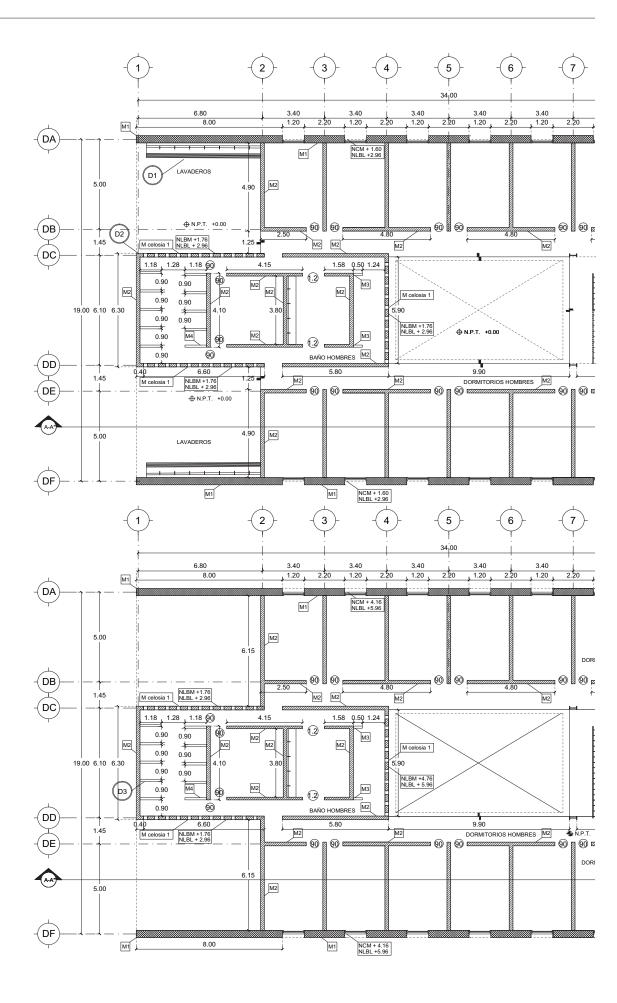

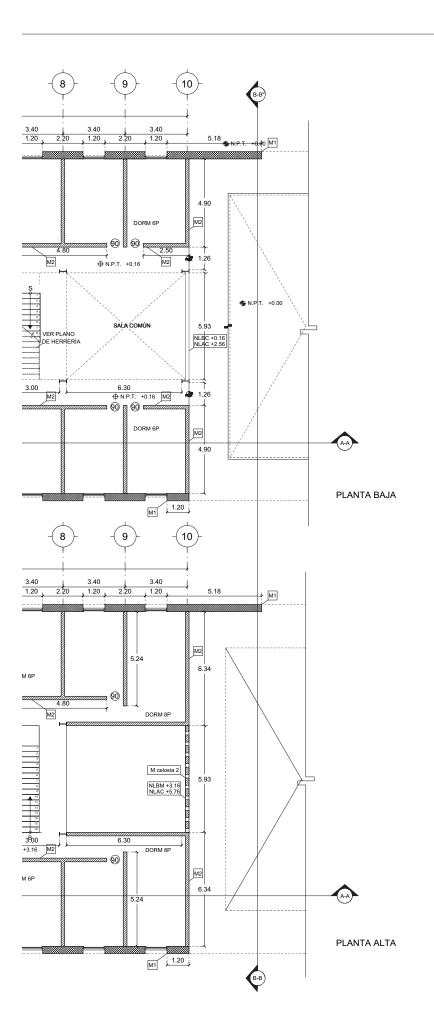

ALBERGUE PARA MIGRANTES

PROYECTO

BLANCO LÓPEZ ANDREA

MORA NIETO DANIELA

ARQ. OSCAR ENRÍQUEZ ARQ. HARRIS LEE ARQ. EDUARDO SCHÜTTE

### UNAM


FACULTAD DE ARQUITECTURA TALLER JORGE GONZÁLEZ REYNA





HUEHUETOCA EDO. DE MÉXICO

AV. BENIGNO PÉREZ

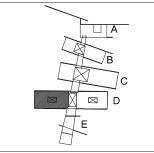

### SIMBOLOGÍA

NIVEL DE PISO TERMINADO NIVEL CORONAMIENTO DE MURO NIVEL LECHO BAJO DE LOSA NCM NLBL NIVEL LECHO BAJO DE MURO

NI AM NIVEL LECHO ALTO DE MURO NIVEL LECHO BAJO DE CANCEL NLBC NLAC NIVEL LECHO ALTO DE CANCEL

MURO BLOCK HUECO DE CONCRETO 20 x 20 x 40 cm DOS HILADAS MURO BLOCK HUECO DE CONCRETO M1 M2 MURO BLOCK HUECO DE CONCRETO 20 x 20 x 40 cm MURO BLOCK HUECO DE CONCRETO 20 x 12 x 40 cm MURO DE CONCRETO COLADO ESPESOR 10 cm M3

M4 M celosia #

90

1.2

(D) DETALLE

VANO PARA PUERTA DE 90 CM


VANO PARA PUERTA DE 1 M


-Ver detalles en plano AL-05 -Todos los vanos de dormitorios son NCM +1.36, NLBL +2.96 -Todos los muros de dormitorios son M2


**ALBAÑILERÍAS EDIFICIO D** DORMITORIO HOMBRES


**AL-04** 


ESCALA 1:200

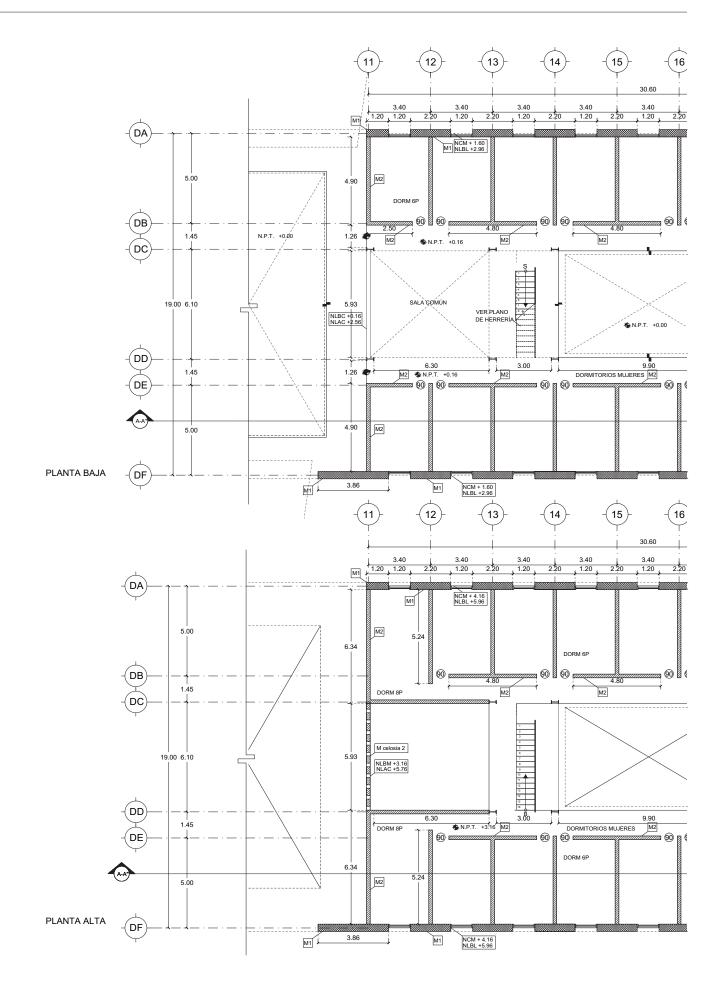

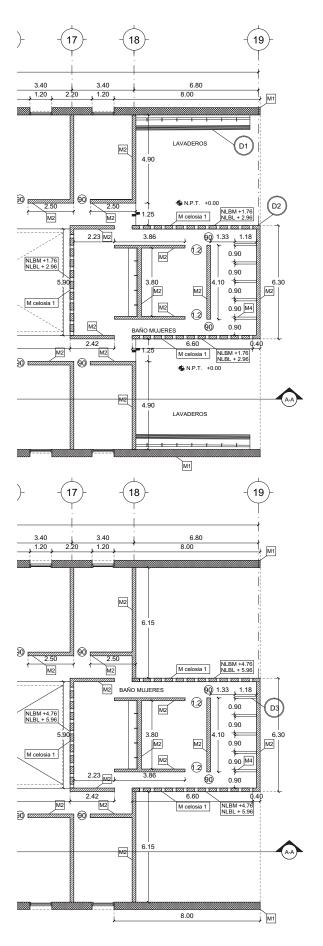

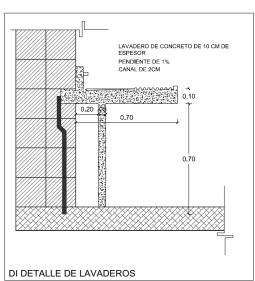

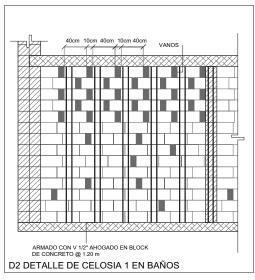

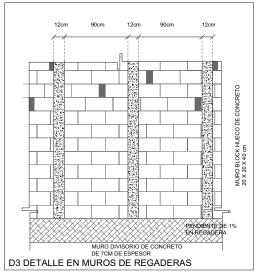

ALBERGUE PARA MIGRANTES

PROYECTO

BLANCO LÓPEZ ANDREA

MORA NIETO DANIELA

ARQ. OSCAR ENRÍQUEZ ARQ. HARRIS LEE ARQ. EDUARDO SCHÜTTE

### UNAM


FACULTAD DE ARQUITECTURA TALLER JORGE GONZÁLEZ REYNA





HUEHUETOCA EDO. DE MÉXICO

AV. BENIGNO PÉREZ

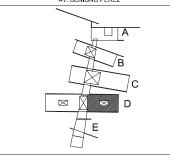

### SIMBOLOGÍA

NIVEL DE PISO TERMINADO NIVEL CORONAMIENTO DE MURO NIVEL LECHO BAJO DE LOSA NCM NLBL NLBM NIVEL LECHO BAJO DE MURO NI AM NIVEL LECHO ALTO DE MURO. NIVEL LECHO BAJO DE CANCEL NLBC NLAC NIVEL LECHO ALTO DE CANCEL

M1 M2 M3

MURO BLOCK HUECO DE CONCRETO 20 x 20 x 40 cm DOS HILADAS MURO BLOCK HUECO DE CONCRETO 20 x 20 x 40 cm

MURO BLOCK HUECO DE CONCRETO 20 x 12 x 40 cm MURO DE CONCRETO COLADO M4

M celosia # NÚMERO DE MURO CON CELOSIA


(D) DETALLE


90 VANO PARA PUERTA DE 90 CM VANO PARA PUERTA DE 1 M 1.2


-Ver en detalles las celosias -Todos los vanos de dormitorios son NCM +1.36, NLBL +2.96 -Todos los muros de dormitorios son M2


# ALBAÑILERÍAS **EDIFICIO D** DORMITORIO MILIERES


ESCALA **AL-05** 1:200

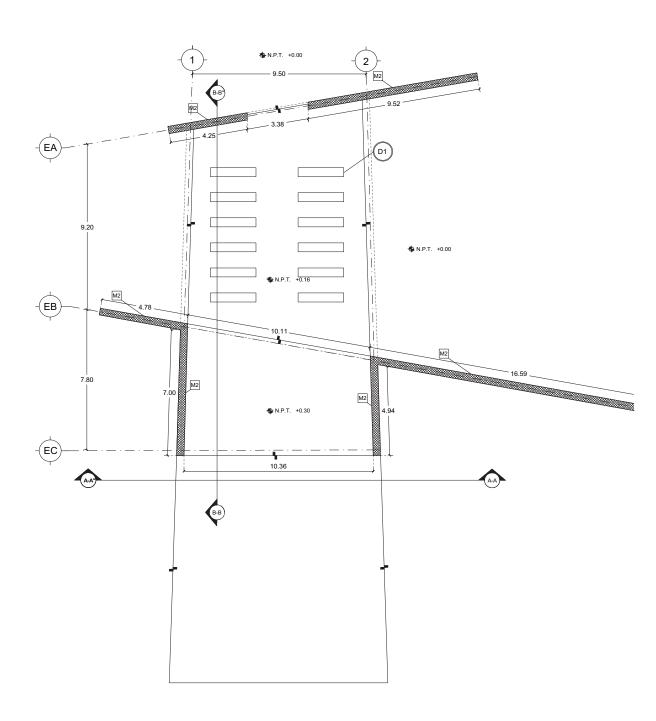


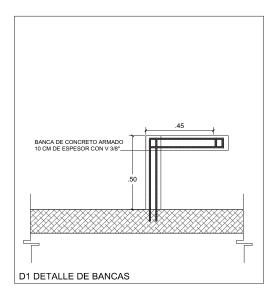


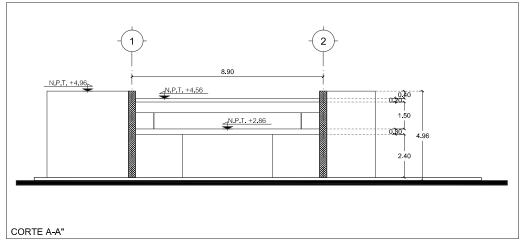


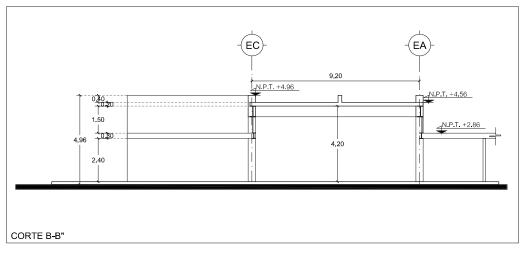

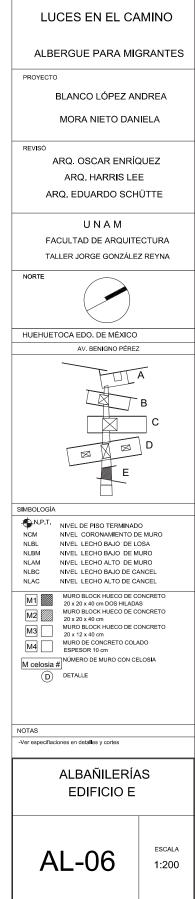

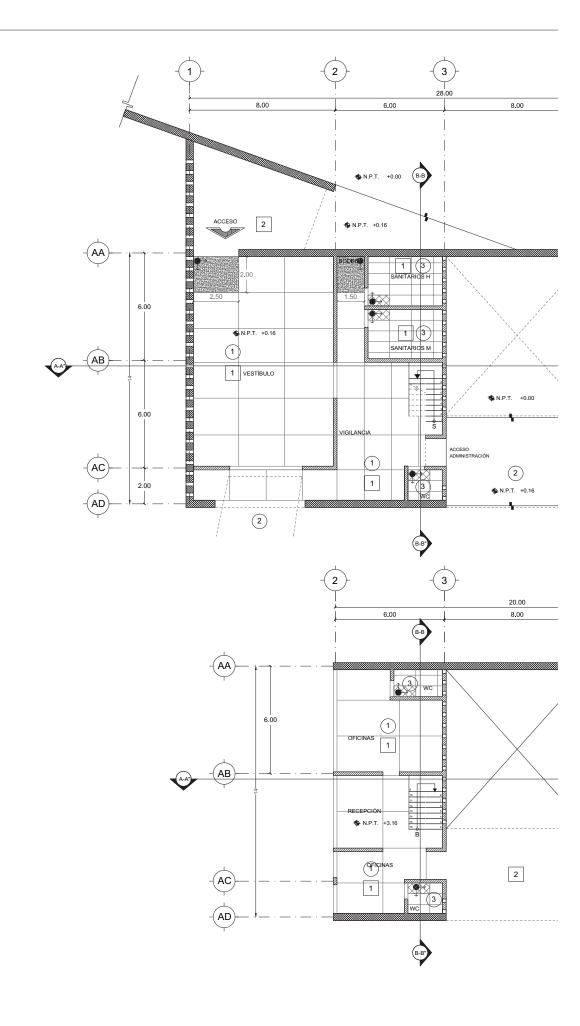

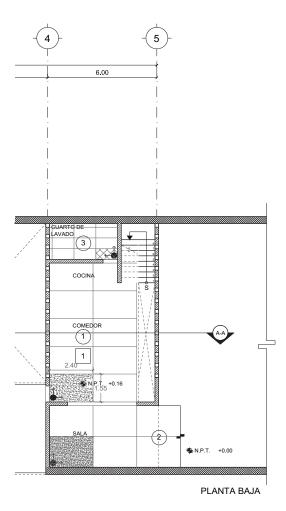

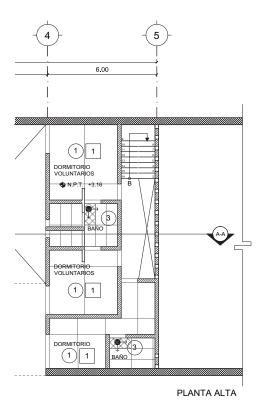

ALBERGUE PARA MIGRANTES

PROYECTO

BLANCO LÓPEZ ANDREA

MORA NIETO DANIELA

REVISÓ

ARQ. OSCAR ENRÍQUEZ ARQ. HARRIS LEE ARQ. EDUARDO SCHÜTTE


UNAM FACULTAD DE ARQUITECTURA TALLER JORGE GONZÁLEZ REYNA

NORTE



HUEHUETOCA EDO. DE MÉXICO

AV. BENIGNO PÉREZ

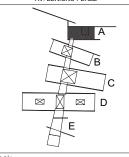

# SIMBOLOGÍA

TECHOS

LOSA VIGUETA Y BOVEDILLA
APLANADO DE YESO
PINTURA VINÍLICA COLOR BLANCO

LOSA VIGUETA Y BOVEDILLA
APLANADO DE CONCRETO
PINTURA VINÍLICA COLOR BLANCO

1 LOSA DE CONCRETO ARMADO ACABADO DE CEMENTO PULIDO

2 LOSA DE CONCRETO ARMADO ACABADO DE CEMENTO LAVADO

3 LOSETA 60x120cm GEOLOGIC

INCIO DE DESPIECE

INCIO DE DESPIECE

EL ACABADO DE TODOS LOS MUROS ES APARENTE, SIN IMPORTAR EL ESPESOR O TIPO.


NOTAS


Ver espesores y tipos de muros en partida de albañilería.

**ACABADOS EDIFICIO A** 

AC-01

ESCALA 1:200

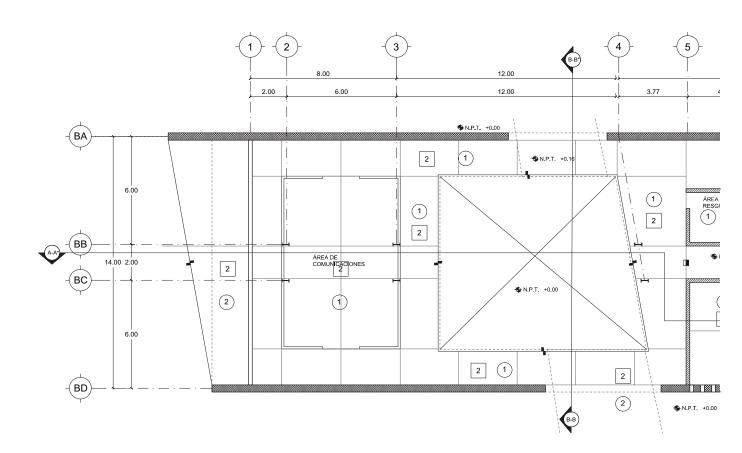

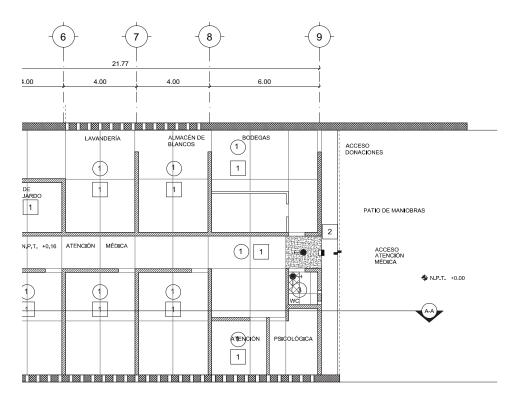

# ALBERGUE PARA MIGRANTES

PROYECTO

BLANCO LÓPEZ ANDREA

MORA NIETO DANIELA

REVISÓ

ARQ. OSCAR ENRÍQUEZ ARQ. HARRIS LEE ARQ. EDUARDO SCHÜTTE

### UNAM


FACULTAD DE ARQUITECTURA TALLER JORGE GONZÁLEZ REYNA

NORTE



HUEHUETOCA EDO. DE MÉXICO

AV. BENIGNO PÉREZ

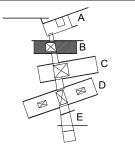

### SIMBOLOGÍA

TECHOS

LOSA VIGUETA Y BOVEDILLA
APLANADO DE YESO
PINTURA VINÍLICA COLOR BLANCO

LOSA VIGUETA Y BOVEDILLA
APLANADO DE CONCRETO
PINTURA VINÍLICA COLOR BLANCO

PISOS

LOSA DE CONCRETO ARMADO
 ACABADO DE CEMENTO PULIDO

2 LOSA DE CONCRETO ARMADO ACABADO DE CEMENTO LAVADO

3 LOSETA 60x120cm GEOLOGIC



INCIO DE DESPIECE

MUROS

EL ACABADO DE TODOS LOS MUROS ES APARENTE, SIN IMPORTAR EL ESPESOR O TIPO.

### NOTAS


Ver espesores y tipos de muros en partida de albañilería.


# ACABADOS EDIFICIO B

AC-02

1:200

0.5 1.5 1.0 2.0

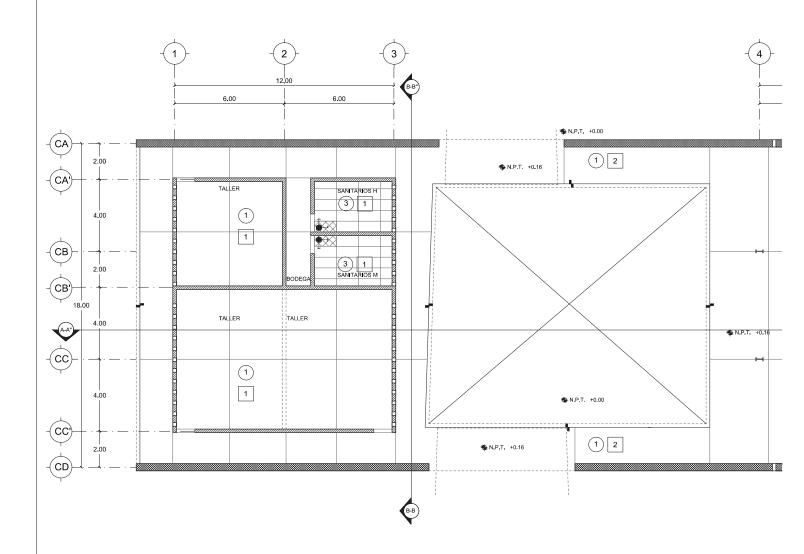

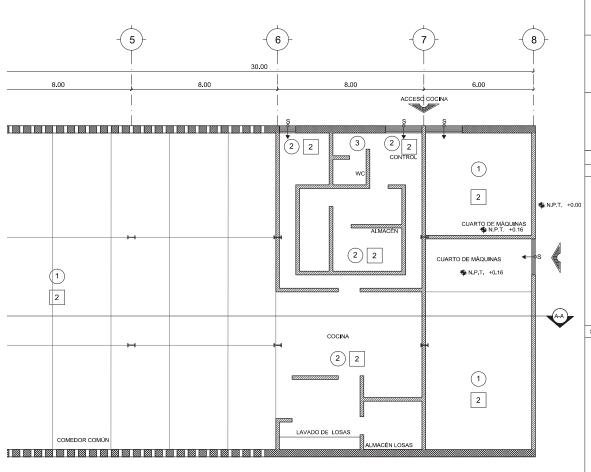

### ALBERGUE PARA MIGRANTES

PROYECTO

BLANCO LÓPEZ ANDREA

MORA NIETO DANIELA

REVISÓ

ARQ. OSCAR ENRÍQUEZ ARQ. HARRIS LEE ARQ. EDUARDO SCHÜTTE

### UNAM


FACULTAD DE ARQUITECTURA
TALLER JORGE GONZÁLEZ REYNA





HUEHUETOCA EDO. DE MÉXICO

AV. BENIGNO PÉREZ

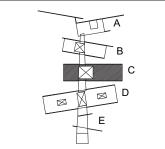

### SIMBOLOGÍA

TECHOS

LOSA VIGUETA Y BOVEDILLA
APLANADO DE YESO
PINTURA VINÍLICA COLOR BLANCO

LOSA VIGUETA Y BOVEDILLA
APLANADO DE CONCRETO
PINTURA VINÍLICA COLOR BLANCO

PISOS

LOSA DE CONCRETO ARMADO
 ACABADO DE CEMENTO PULIDO

2 LOSA DE CONCRETO ARMADO ACABADO DE CEMENTO LAVADO

3 LOSETA 60x120cm GEOLOGIC



INCIO DE DESPIECE


MUROS


EL ACABADO DE TODOS LOS MUROS ES APARENTE, SIN IMPORTAR EL ESPESOR O TIPO.

### NOTAS

Ver espesores y tipos de muros en partida de albañilería.



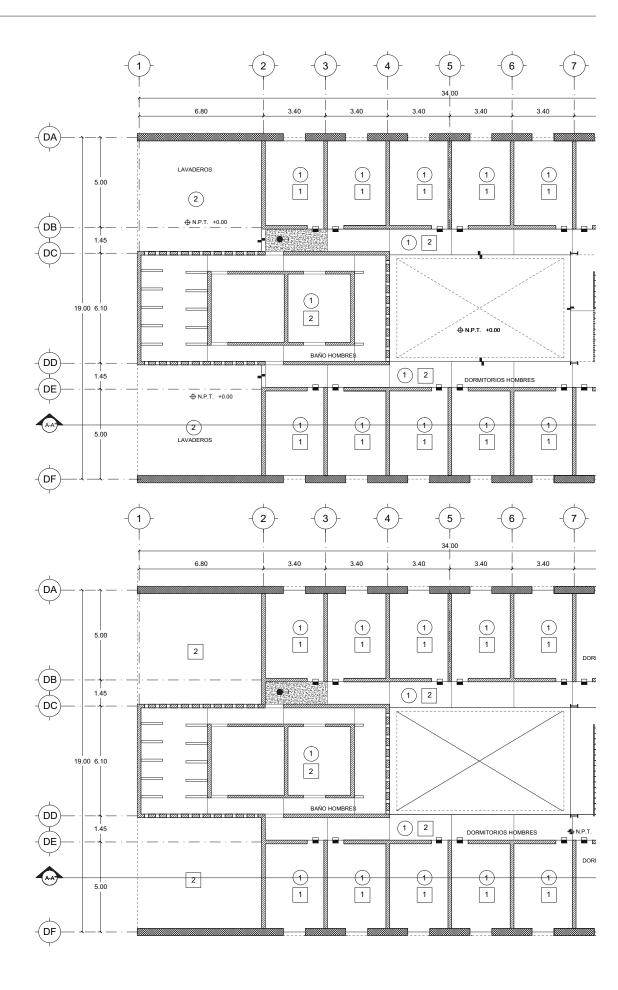

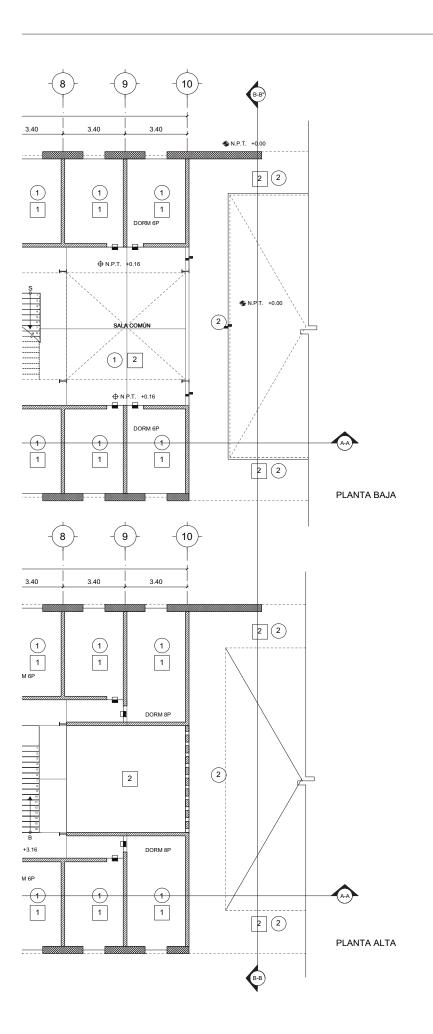

### ALBERGUE PARA MIGRANTES

PROYECTO

BLANCO LÓPEZ ANDREA

MORA NIETO DANIELA

REVISÓ

ARQ. OSCAR ENRÍQUEZ ARQ. HARRIS LEE ARQ. EDUARDO SCHÜTTE

### UNAM


FACULTAD DE ARQUITECTURA TALLER JORGE GONZÁLEZ REYNA

NORTE



HUEHUETOCA EDO. DE MÉXICO

AV. BENIGNO PÉREZ

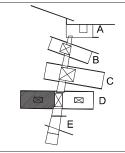

### SIMBOLOGÍA

TECHOS

LOSA VIGUETA Y BOVEDILLA
APLANADO DE YESO
PINTURA VINÍLICA COLOR BLANCO

LOSA VIGUETA Y BOVEDILLA
APLANADO DE CONCRETO
PINTURA VINÍLICA COLOR BLANCO

PISOS

1) LOSA DE CONCRETO ARMADO

2 LOSA DE CONCRETO ARMADO ACABADO DE CEMENTO LAVADO

3 LOSETA 60x120cm GEOLOGIC




MURO


EL ACABADO DE TODOS LOS MUROS ES APARENTE, SIN IMPORTAR EL ESPESOR

### NOTAS

Ver espesores y tipos de muros en partida de albañilería.



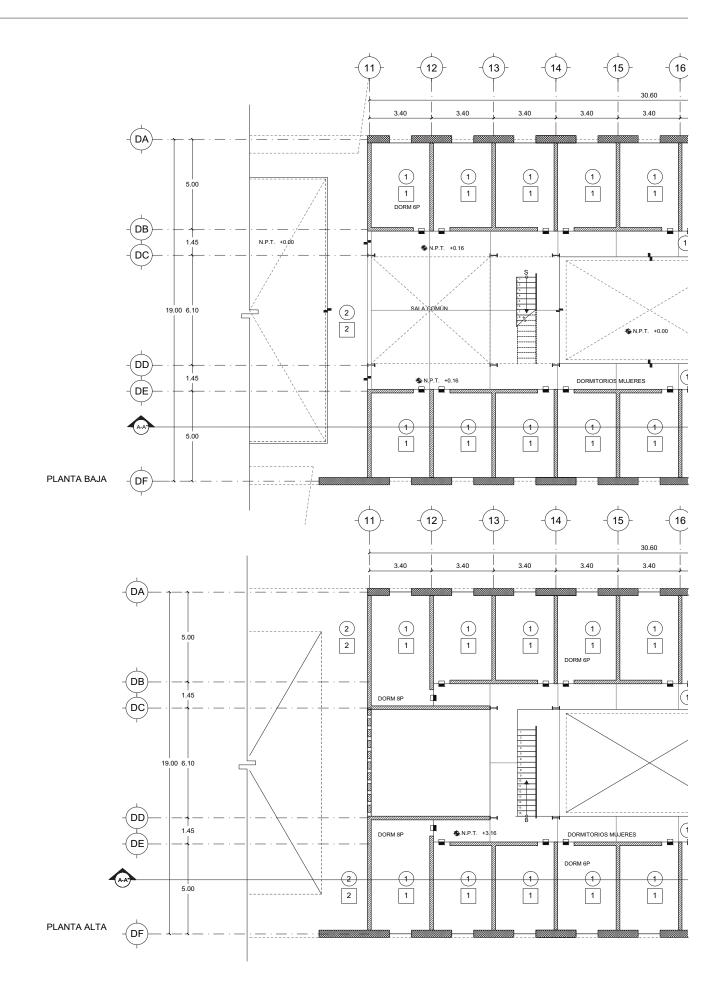

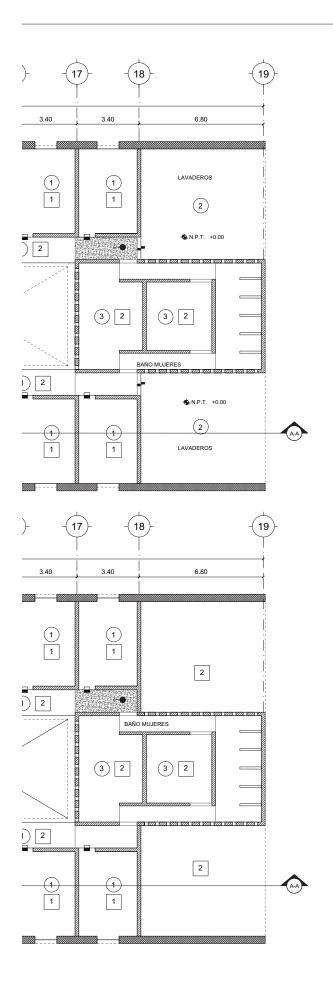

ALBERGUE PARA MIGRANTES

PROYECTO

BLANCO LÓPEZ ANDREA

MORA NIETO DANIELA

REVISÓ

ARQ. OSCAR ENRÍQUEZ ARQ. HARRIS LEE ARQ. EDUARDO SCHÜTTE

### UNAM


FACULTAD DE ARQUITECTURA TALLER JORGE GONZÁLEZ REYNA

NORTE



HUEHUETOCA EDO. DE MÉXICO

AV. BENIGNO PÉREZ

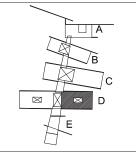

### SIMBOLOGÍA

TECHOS

LOSA VIGUETA Y BOVEDILLA
APLANADO DE YESO
PINTURA VINÍLICA COLOR BLANCO

LOSA VIGUETA Y BOVEDILLA
APLANADO DE CONCRETO
PINTURA VINÍLICA COLOR BLANCO

PISOS

LOSA DE CONCRETO ARMADO
 ACABADO DE CEMENTO PULIDO

2 LOSA DE CONCRETO ARMADO ACABADO DE CEMENTO LAVADO

3 LOSETA 60x120cm GEOLOGIC




EL ACABADO DE TODOS LOS MUROS ES APARENTE, SIN IMPORTAR EL ESPESOR

NOTAS

Ver espesores y tipos de muros en partida de albañilería.



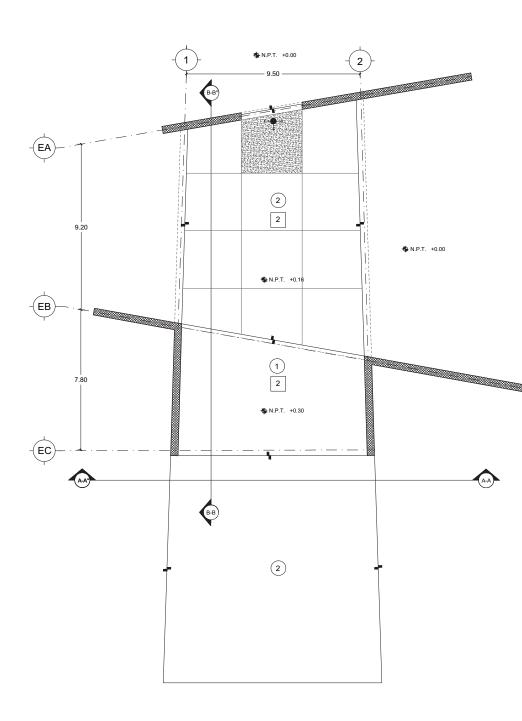

### ALBERGUE PARA MIGRANTES

PROYECTO

BLANCO LÓPEZ ANDREA

MORA NIETO DANIELA

REVISÓ

ARQ. OSCAR ENRÍQUEZ ARQ. HARRIS LEE ARQ. EDUARDO SCHÜTTE

### UNAM


FACULTAD DE ARQUITECTURA TALLER JORGE GONZÁLEZ REYNA

NORTE



HUEHUETOCA EDO. DE MÉXICO

AV. BENIGNO PÉREZ

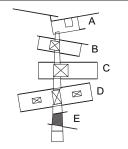

### SIMBOLOGÍA

TECHOS

LOSA VIGUETA Y BOVEDILLA

APLANADO DE YESO
PINTURA VINÍLICA COLOR BLANCO

LOSA VIGUETA Y BOVEDILLA
APLANADO DE CONCRETO
PINTURA VINÍLICA COLOR BLANCO

### PISOS

2 LOSA DE CONCRETO ARMADO ACABADO DE CEMENTO LAVADO

3 LOSETA 60x120cm GEOLOGIC




EL ACABADO DE TODOS LOS MUROS ES APARENTE, SIN IMPORTAR EL ESPESOR O TIPO.


### NOTAS

Ver espesores y tipos de muros en partida de albañilería.

# **ACABADOS EDIFICIO E**

ESCALA 1:200

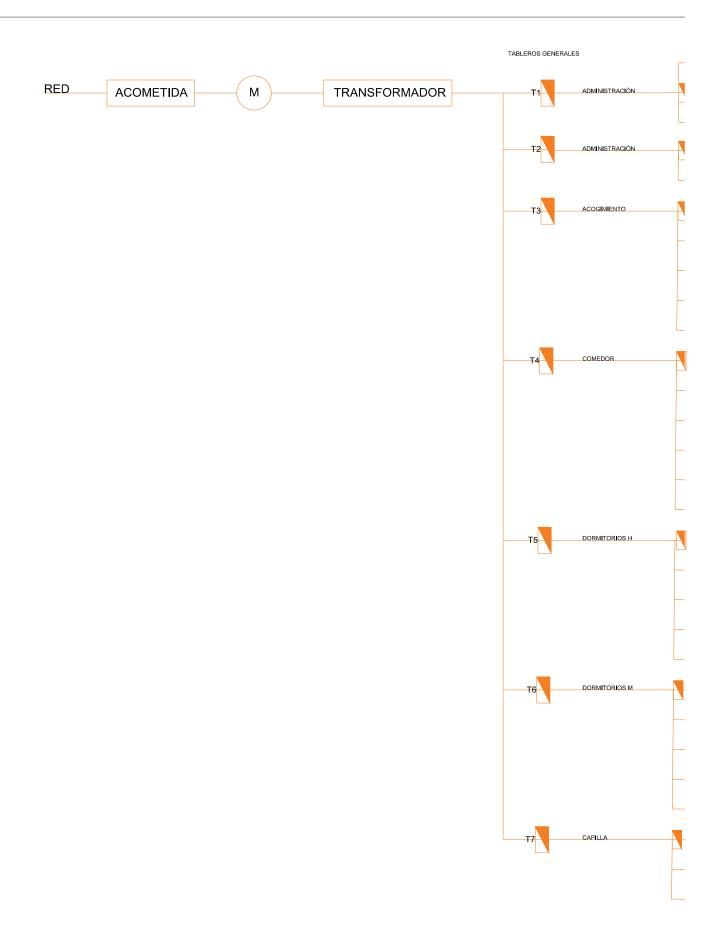

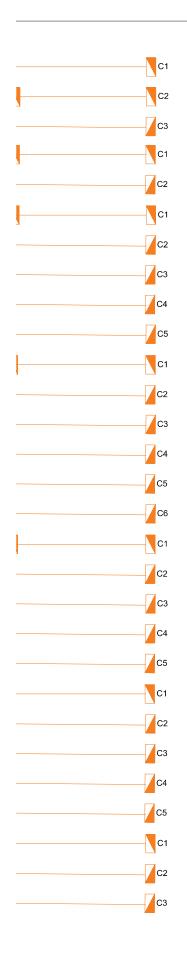

AD	MINISTRA	CIÓN													_
т	CIRCUITO	9\	D-15RD W		FLCLED 11 I		LFCLED 1000 10W		5W		H-651/ACI 5W		370 W	TOTAL	
Г	C1	6	54W	-	_	-	_	13	65W	4	20W	7	140W	279W	
T1	C2	3	27W	Luminarias 6			40W	_		_		_		133W	
	СЗ	2	18W	Tuninarias 7	77W	-	_	_	_	-	_	-	_	95W	228W
T2	C1	13	117W	-	_	-	_		_		_		_	117W	
'`	C2	16	144W	-	_	-	_	-	_	_		_		144W	00414

AC	OGIMIENT	0											_
т	CIRCUITO	YDLEI 9V	D-15RD V		ED 11 IW	LFCLED 1000 10W	LED-H-625 5W	H-65	1/ACI V	HLEI 20	370 W	TOTAL	
Г	C1	Luminarias 25	225W	-	_	_	_	-	_	Luminarias 8	160W	385W	
тз	C2	26	234W	-	_	_		-	_	_		234W	
	СЗ	27			_	_	_		_		243W		
	C4	5	45W	Euronaviae 8	88W	_	_	_		_		133W	
	C4		_	-	_	_		19 95W		_		95W	1090

со	MEDOR													
т	CIRCUITO	9\	D-15RD W	11	ED 11 IW	10	LFCLED 1000 I 10W		H-625 N	H-651/ACI 5W		HLED 370 20W		TOTAL
	C1	20	180W	4	44W	4	40W	-		9	45W	2	40W	349W
	C2	<u> </u>		_		_		6	30W	_		9	180W	110W
T4	СЗ	_		16	176W	_		_		-	_			176W
	C4	_		24	264W	_		_		_		_		264W
	C5	45	405W	, –		-	_	-	_	-	_	-	_	405W
	C6	_		_		_		_		8	40W	-	_	40W

_				_		_								134477
DO	RMITORIO	SHOM	IBRES											
Т	CIRCUITO	900		11W		LFCLED 1000 10W		LED-H-625 5W		H-651/ACI 5W		HLED 370 20W	TOTAL	
	C1	68	612W	22	220W	4	40W	7	35W	10	50W	_	957W	
T5	C2	16	144W			_				_		_	144W	
	СЗ	16	144W									_	144W	
	C4	17	153W	-	_		_		_		_	_	153W	
	C5	17	153W	-	_	-	_	-	_	-	_	_	153W	1551W

DO	RMITORIO	S MUJ	ERES											
т	CIRCUITO	91	0-15RD V	1	11W		LFCLED 1000 10W		LED-H-625 5W		1/ACI V	HLED 370 20W	TOTAL	
	C1	57	513W	18	198W	4	40W	7	35W	10	50W	_	638W	
Т6	C2	Luminarias 14	126W —		_	_		_		_		_	126W	
	C3	14	126W	_		_		_		_		_	126W	
	C4 16 144W —		-	_		_		_	_	144W				
	C5	C5 16 144W — —		_	-	_	_		_	144W	117			

CA	PILLA											_
т	CIRCUITO	YDLED-15RD 9W		FLCLED 11 11W	LFCLED 1000 10W	5\	H-625 N	H-651/ACI 5W		HLED 370 20W	TOTAL	
	C1	_		_	_	27 135W		_		_   _		
T7	C2	Luminarias 10	90W	_	_	-	_	Luminarias	_	_	90W	
	С3		_		_		_		110W		110W	335

TOTAL 5987W

# LUCES EN EL CAMINO

ALBERGUE PARA MIGRANTES

PROYECTO

BLANCO LÓPEZ ANDREA

MORA NIETO DANIELA

REVISÓ

ARQ. OSCAR ENRÍQUEZ
ARQ. HARRIS LEE
ARQ. EDUARDO SCHÜTTE

UNAM


FACULTAD DE ARQUITECTURA TALLER JORGE GONZÁLEZ REYNA

NORTE



HUEHUETOCA EDO. DE MÉXICO

AV. BENIGNO PÉREZ

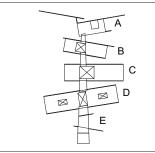

SIMBOLOGÍA

TABLEROS GENERALES

TABLEROS DERIVADOS



INSTALACIÓN ELÉCTRICA


DIAGRAMA UNIFILAR


**IE-00** 

.5 1.5 1.0 2.0

14.12.2017

1:200

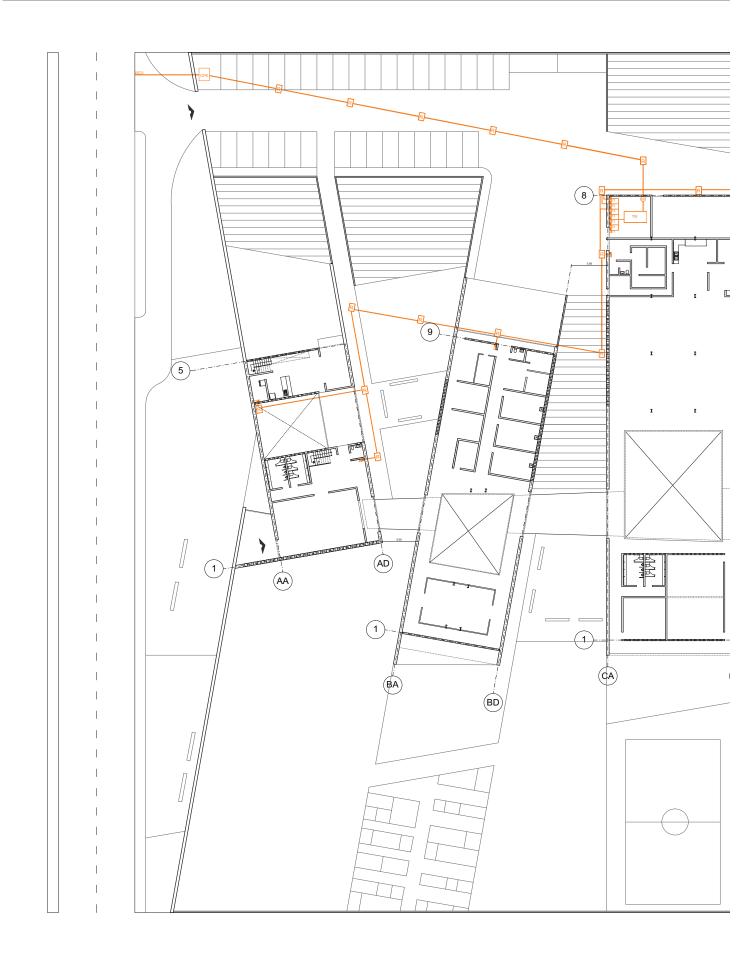

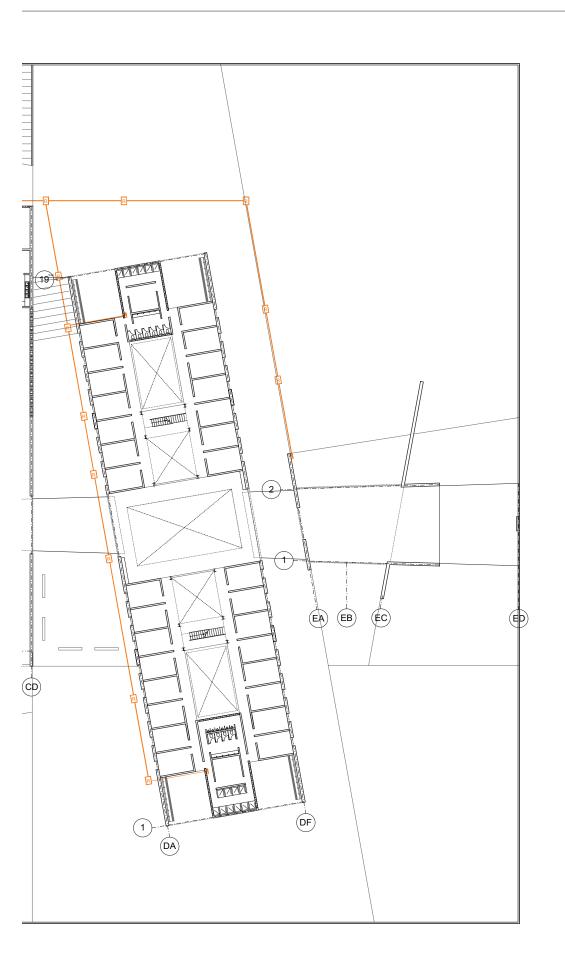

ALBERGUE PARA MIGRANTES

PROYECTO

BLANCO LÓPEZ ANDREA

MORA NIETO DANIELA

REVISÓ

ARQ. OSCAR ENRÍQUEZ ARQ. HARRIS LEE ARQ. EDUARDO SCHÜTTE

U N A M

FACULTAD DE ARQUITECTURA


TALLER JORGE GONZÁLEZ REYNA

NORTE



HUEHUETOCA EDO. DE MÉXICO

AV. BENIGNO PÉREZ

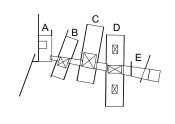

SIMBOLOGÍA

R

REGISTROS

RED ELÉCTRICA

M

MEDIDOR

TR

TRANSFORMADOR

CFE

ACOMETIDA



TABLEROS GENERALES




**TABLEROS DERIVADOS** 


RED ELÉCTRICA
PLANTA GENERAL


**IE-01** 

1:500

1.0 2.0

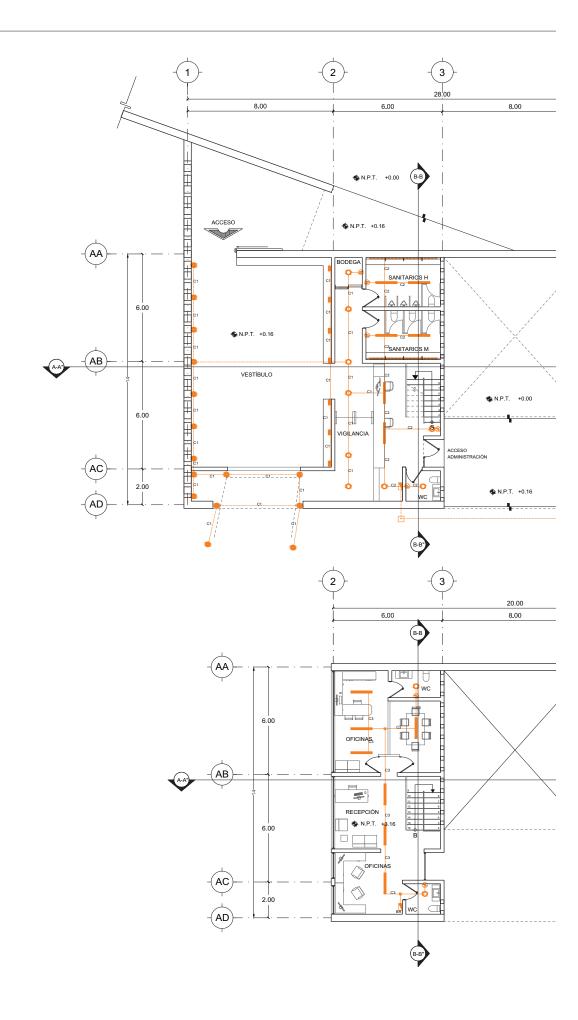

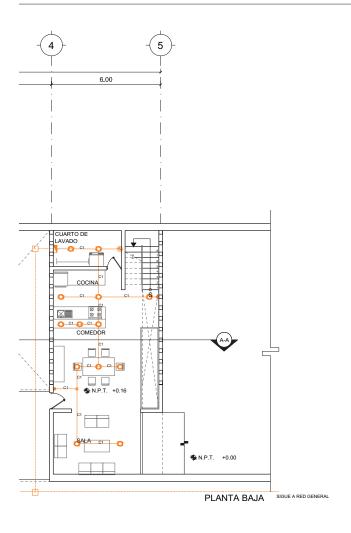

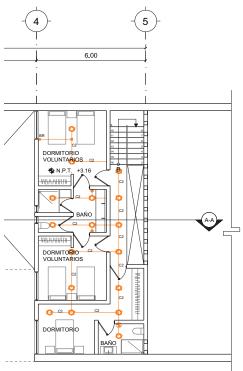

PLANTA ALTA

т	CIRCUITO	9\	D-15RD W		LED 11 1W	LFCLED 1000 10W		5W		H-651/ACI 5W		HLED 370 20W		TOTAL
Г	C1	6	54W	-	_	_		13	65W	4	20W	7	140W	279W
Т1	C2	Luminarias 3	27W	6	66W	Luminarias 4	40W	_		_		_		133W
	С3	Luminarias 2	18W	7 77W		_		-	_   _		_		95W	
T2	C1	13	117W	-	_	_		_		_		_		117W
1	C2	16	144W	_	_			_		_		_		144W

## LUCES EN EL CAMINO

ALBERGUE PARA MIGRANTES

PROYECTO

BLANCO LÓPEZ ANDREA

MORA NIETO DANIELA

REVISÓ

ARQ. OSCAR ENRÍQUEZ ARQ. HARRIS LEE ARQ. EDUARDO SCHÜTTE


UNAM FACULTAD DE ARQUITECTURA TALLER JORGE GONZÁLEZ REYNA

NORTE



HUEHUETOCA EDO. DE MÉXICO

AV. BENIGNO PÉREZ

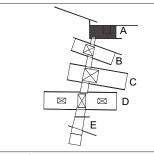

SIMBOLOGÍA

EMPOTRADO EN TECHO YDLED-15RD/9W/40S 500 lm

LÁMPARA LED FLCLED 11/11W/40 950 Im

LÁMPARA LED 550 Im LFCLED 1000/S/10W

EMPOTRADO EN PISO LED-H-625/N/50W 100-240 v

EMPOTRADO EN PISO EXTERIOR LED H-651/ACI/50W 100-240 v

LÁMPARA MURO LED HLED 370/N/20W 100-240 v


TABLERO DERIVADO APAGADOR SIMPLE


CABLE PISO CABLE PLAFÓN c1 CIRCUITOS APAGADOR ESCALERA

INSTALACIÓN ELÉCTRICA **EDIFICIO A** 

IE-02

ESCALA 1:200

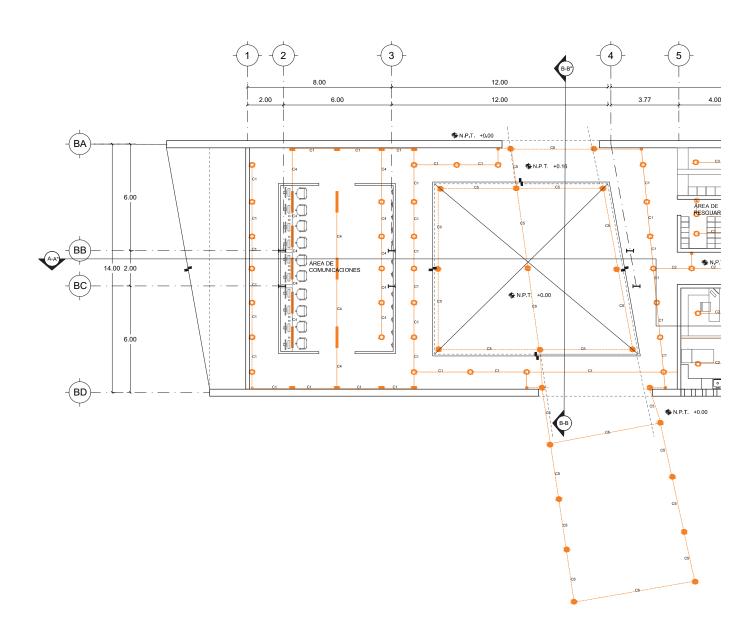

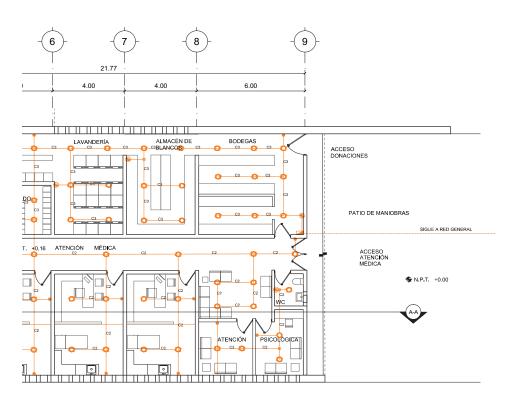

т	CIRCUITO	YDLEI 9V	0-15RD V		ED 11 W	LFCLED 1000 10W	LED-H-625 5W	H-65		HLED 370 20W		TOTAL
	C1	25	225W	-	_	_	_	-	_	Euroinarias 8	160W	385W
Т3	C2	Luminarias 26	234W	-	_	_	_	_		_		234W
	С3	27	243W	-	_	_	_	-	_	_		243W
	C4	C4 5 45W 8 88W		_	_	_		_		133W		
	C4	-	_	-	_	_	_	19 95W		_		95W

ALBERGUE PARA MIGRANTES

PROYECTO

BLANCO LÓPEZ ANDREA

MORA NIETO DANIELA

REVISÓ

ARQ. OSCAR ENRÍQUEZ ARQ. HARRIS LEE ARQ. EDUARDO SCHÜTTE

#### UNAM


FACULTAD DE ARQUITECTURA TALLER JORGE GONZÁLEZ REYNA

NORTE



HUEHUETOCA EDO. DE MÉXICO

AV. BENIGNO PÉREZ

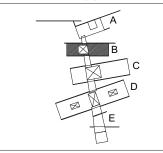

SIMBOLOGÍA

EMPOTRADO EN TECHO
YDLED-15RD/9W/40S
500 Im

LAMPARA LED
FLCLED 11/11W/40
950 Im

LAMPARA LED 550 Im

LAMPARA LED 550 Im

EMPOTRADO EN PISO LED-H-625/N/50W 100-240 v

EMPOTRADO EN PISO
EXTERIOR LED
H-651/ACI/50W
100-240 v

LÁMPARA MURO LED HLED 370/N/20W 100-240 v

TABLERO DERIVADO

APAGADOR SIMPLE

APAGADOR ESCALERA

CABLE PISO

CABLE PLAFÓN


C1 CIRCUITOS


INSTALACIÓN ELÉCTRICA
EDIFICIO B

IE-03

1:200

0.5 1.5 14.12.2017 1.0 2.0

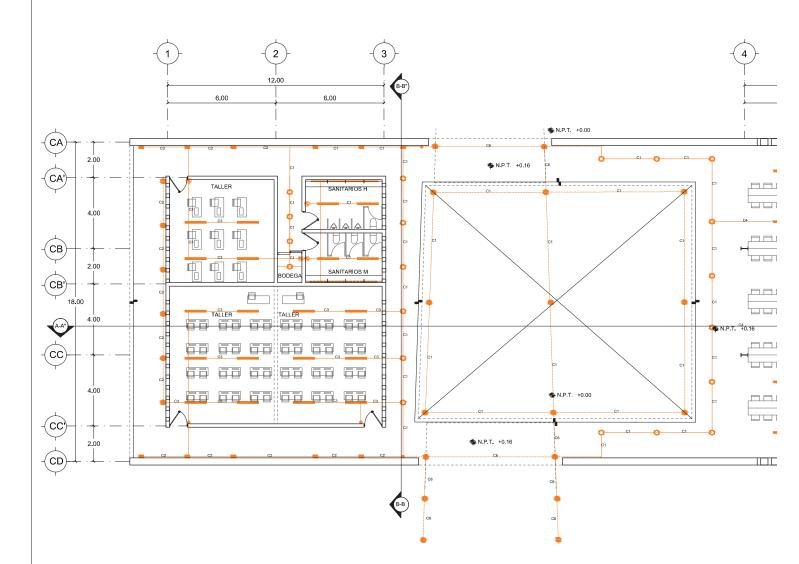

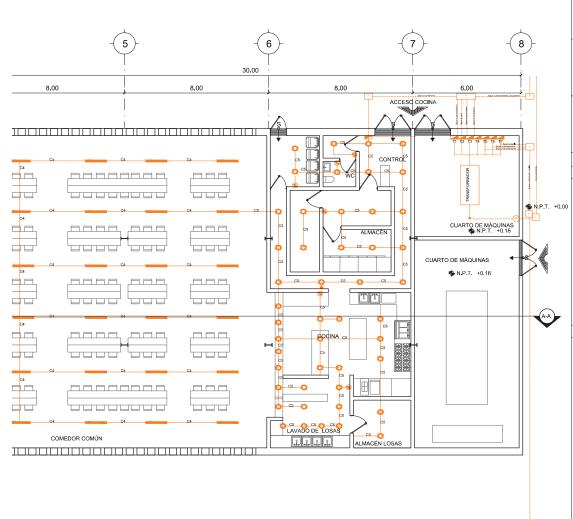

Т	CIRCUITO	YDLED-15RD 9W		FLCLED 11 11W		LFCLED 1000 10W		LED-H-625 5W		H-651/ACI 5W		HLED 370 20W		TOTAL
T4	C1	20 180W		4	44W	4	40W	-	_	9	45W	2	40W	349W
	C2	<u> </u>		_		_		Luminarias 6	30W	_		Luminarias 9	180W	110W
	С3	_		16	176W	_				_				176W
	C4	_		24	264W	_				_		_		264W
	C5	45 405W		-	_	_				_		_		405W
	C6	_		-						8 40W			40W	



ALBERGUE PARA MIGRANTES

PROYECTO

BLANCO LÓPEZ ANDREA

MORA NIETO DANIELA

REVISÓ

ARQ. OSCAR ENRÍQUEZ ARQ. HARRIS LEE ARQ. EDUARDO SCHÜTTE


#### UNAM

FACULTAD DE ARQUITECTURA TALLER JORGE GONZÁLEZ REYNA

NORTE

HUEHUETOCA EDO. DE MÉXICO

AV. BENIGNO PÉREZ

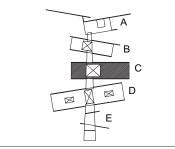

SIMBOLOGÍA

EMPOTRADO EN TECHO
YDLED-15RD/9W/40S
S00 Im

LÂMPARA LED
FLCLED 11/11W/40
950 Im

LÂMPARA LED 550 Im
LFCLED 1000/S/10W

EMPOTRADO EN PISO LED-H-625/N/50W 100-240 v

EMPOTRADO EN PISO
EXTERIOR LED
H-651/ACI/50W
100-240 v

LÁMPARA MURO LED HLED 370/N/20W 100-240 v

TABLERO DERIVADO

APAGADOR SIMPLE

APAGADOR ESCALERA

CABLE PLAFÓN


C1 CIRCUITOS


INSTALACIÓN ELÉCTRICA
EDIFICIO C


IE-04


1:200


0.5 1.5 14.12.2017 1.0 2.0

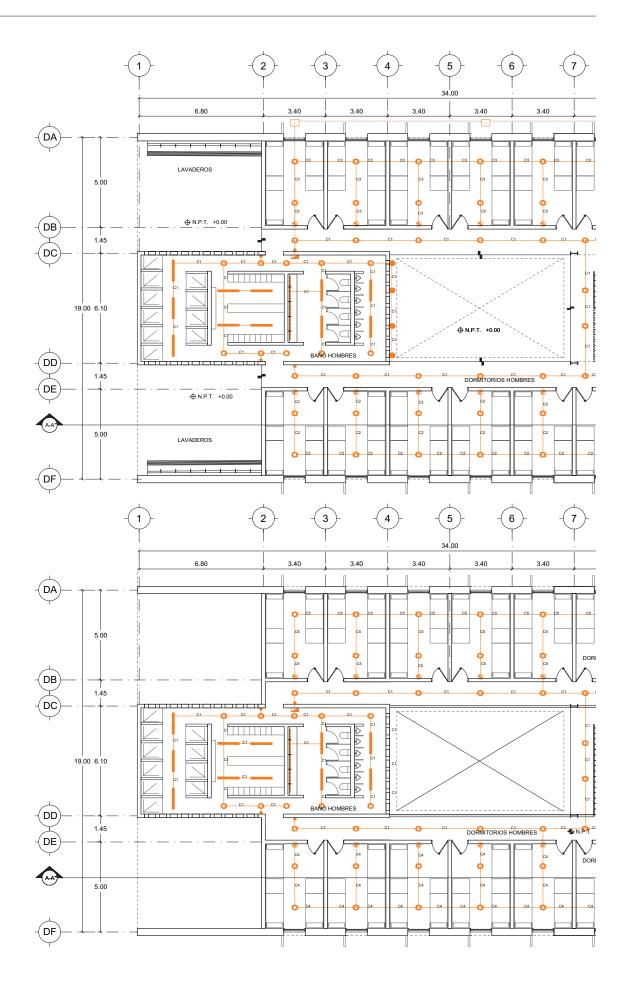


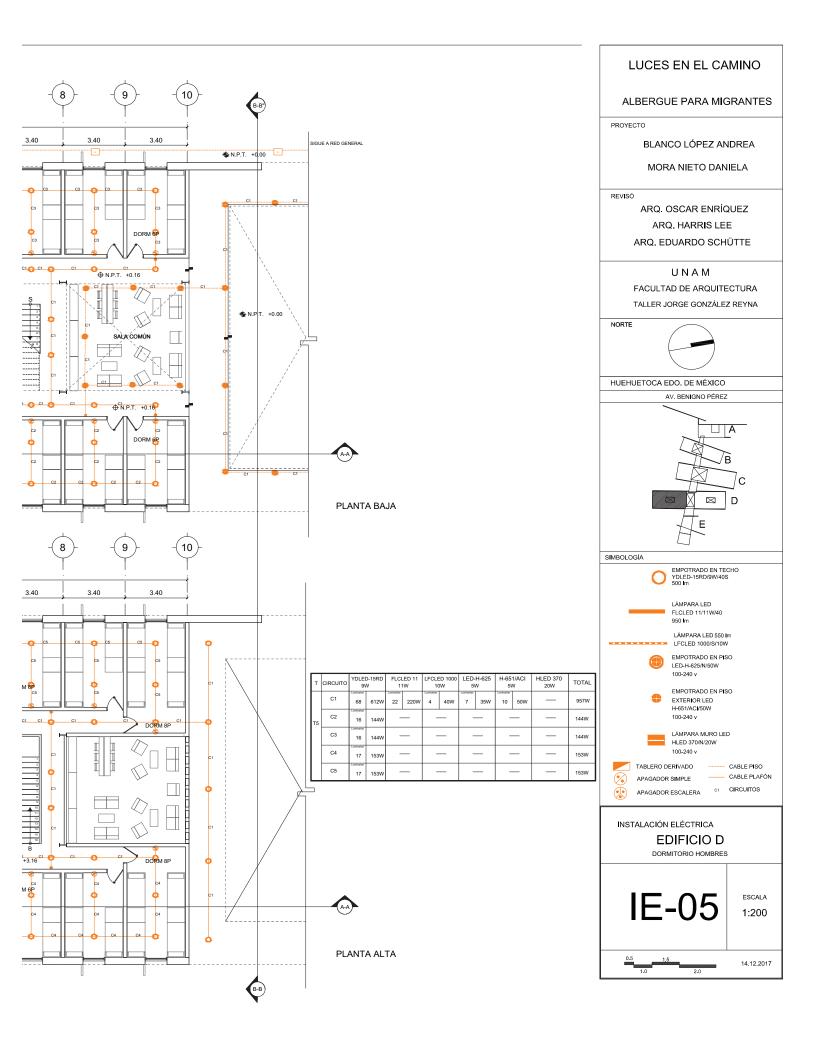

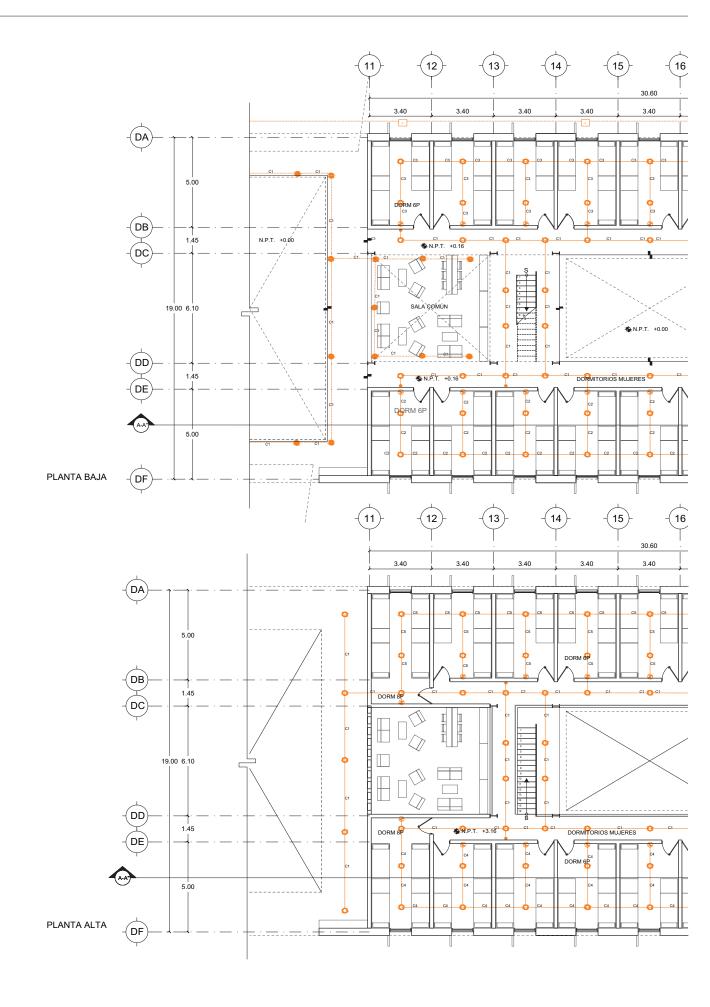

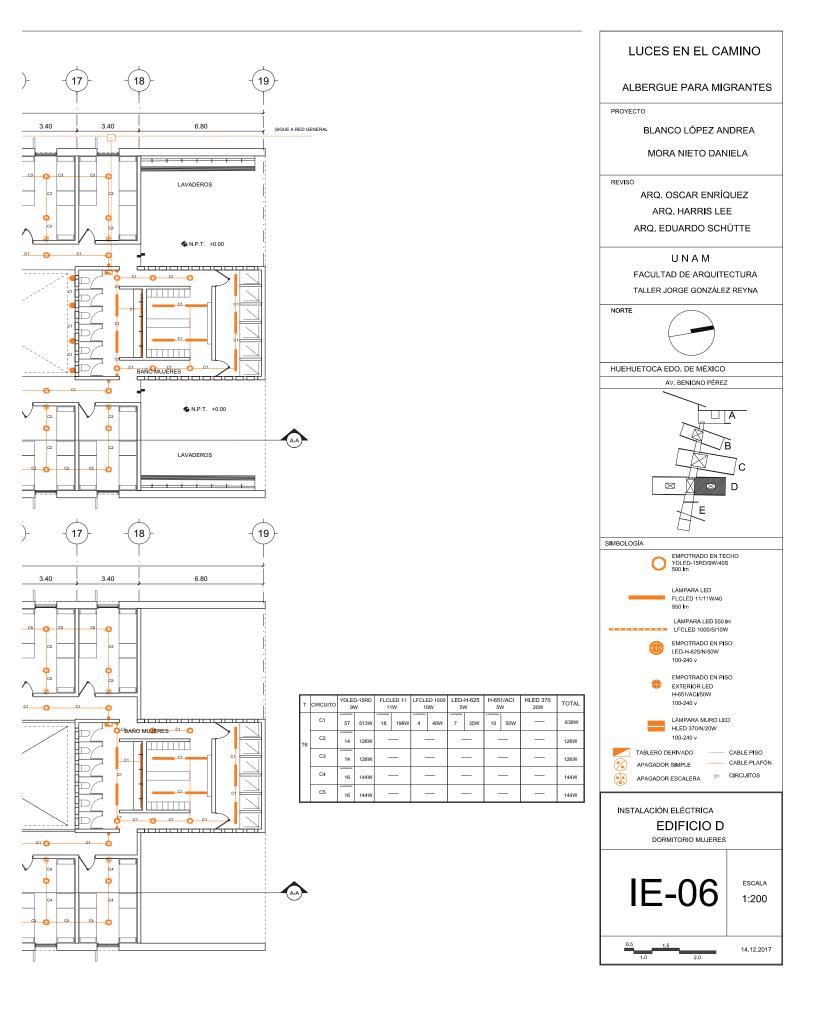

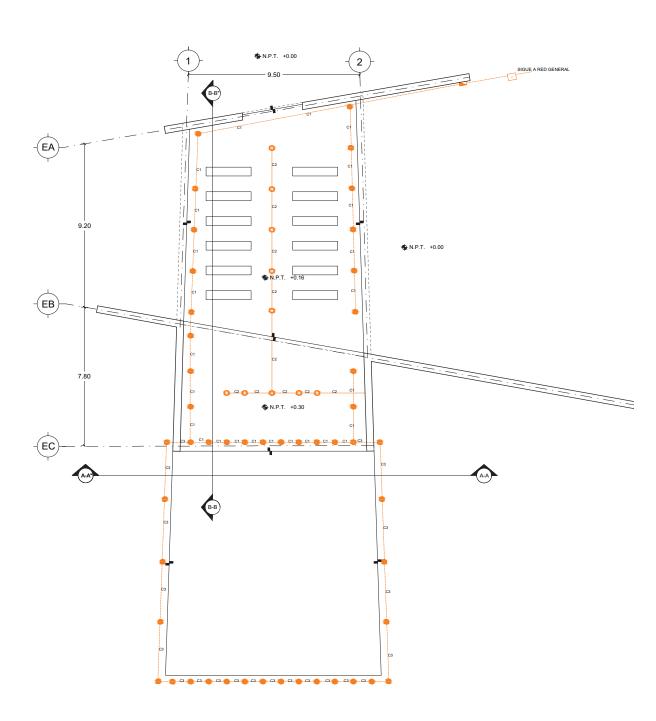

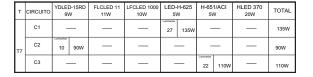

## ALBERGUE PARA MIGRANTES

PROYECTO

BLANCO LÓPEZ ANDREA

MORA NIETO DANIELA

REVISÓ

ARQ. OSCAR ENRÍQUEZ ARQ. HARRIS LEE ARQ. EDUARDO SCHÜTTE


UNAM

FACULTAD DE ARQUITECTURA TALLER JORGE GONZÁLEZ REYNA



HUEHUETOCA EDO. DE MÉXICO

AV. BENIGNO PÉREZ

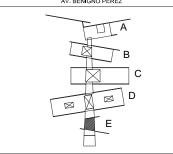

SIMBOLOGÍA

EMPOTRADO EN TECHO
YDLED-15RD/9W/40S
500 lm

LAMPARA LED
FLCLED 11/11W/40
950 lm

LÁMPARA LED 550 lm LFCLED 1000/S/10W

EMPOTRADO EN PISO LED.H-625/N/50W 100-240 v

EMPOTRADO EN PISO
EXTERIOR LED
H-651/ACI/50W
100-240 v

LÁMPARA MURO LED HLED 370/N/20W 100-240 v

TABLERO DERIVADO
APAGADOR SIMPLE
APAGADOR ESCALERA

CABLE PISO
CABLE PLAFÓN
CI CIRCUITOS


INSTALACIÓN ELÉCTRICA


EDIFICIO E


IE-07

1:200

1.0 2.0

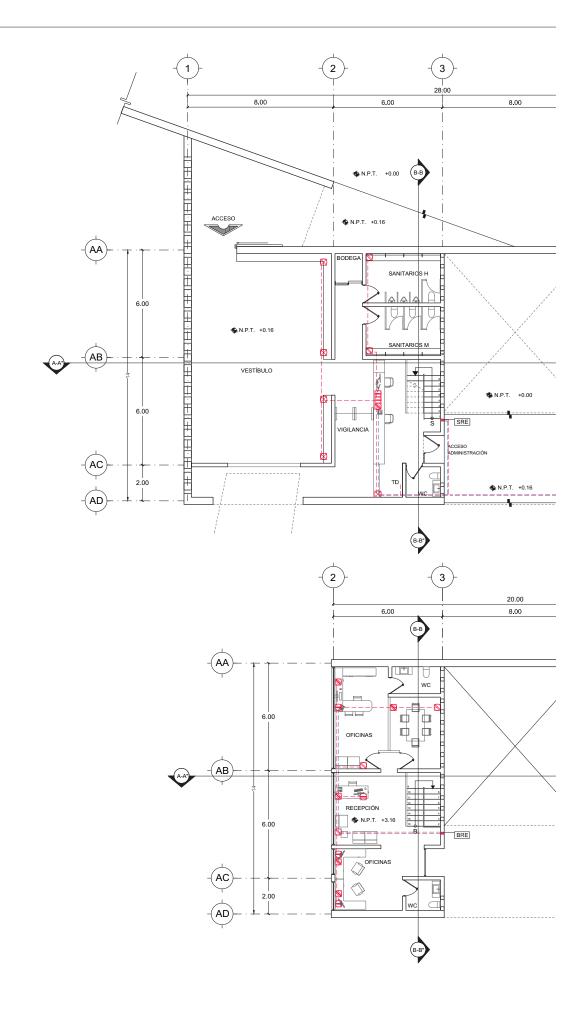

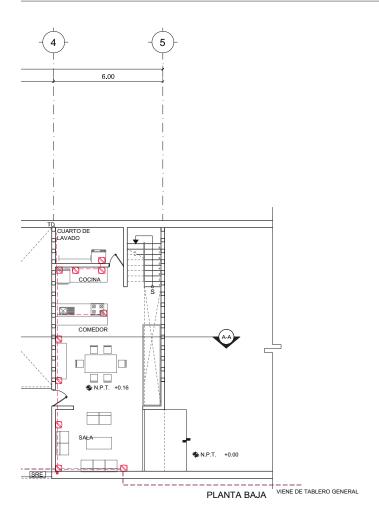

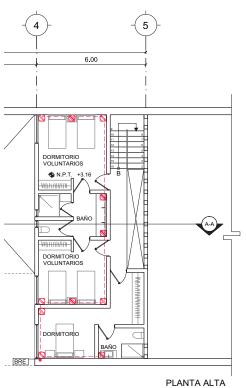

ALBERGUE PARA MIGRANTES

PROYECTO

BLANCO LÓPEZ ANDREA

MORA NIETO DANIELA

REVISÓ

ARQ. OSCAR ENRÍQUEZ ARQ. HARRIS LEE ARQ. EDUARDO SCHÜTTE

UNAM


FACULTAD DE ARQUITECTURA TALLER JORGE GONZÁLEZ REYNA

NORTE



HUEHUETOCA EDO. DE MÉXICO

AV. BENIGNO PÉREZ

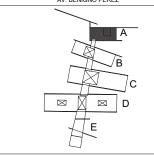

SIMBOLOGÍA

---- RED ELÉCTRICA - CONTACTOS

RED VOZ Y DATOS

○ CONTACTO SIMPLE

CONTACTO DE SEGURIDAD

ONTACTO EN PISO

REGISTRO QUE SUBE

☑ REGISTRO

TABLERO

TD TABLERO DERIVADO SRE SUBE REGISTRO ELÉCTRICO


BRE BAJA REGISTRO ELÉCTRICO


PLANTA I. ELÉCTRICA - CONTACTOS

**EDIFICIO A** 

**IE-08** 

ESCALA 1:200

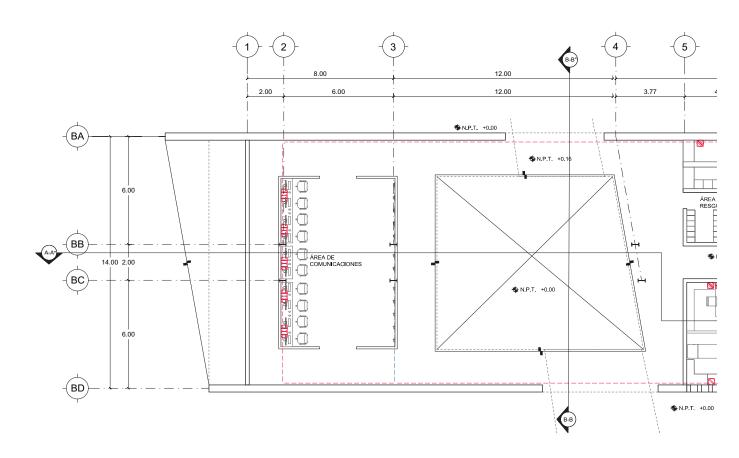

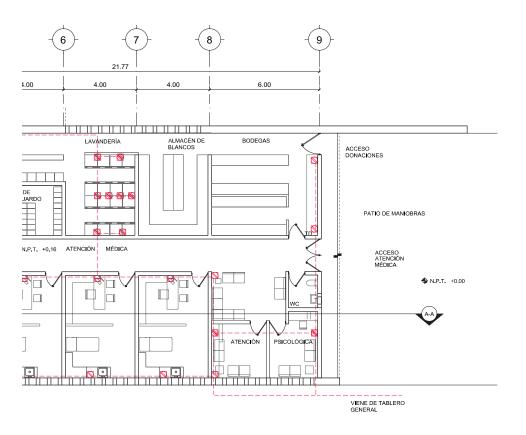

ALBERGUE PARA MIGRANTES

PROYECTO

BLANCO LÓPEZ ANDREA

MORA NIETO DANIELA

REVISÓ

ARQ. OSCAR ENRÍQUEZ ARQ. HARRIS LEE ARQ. EDUARDO SCHÜTTE

#### UNAM


FACULTAD DE ARQUITECTURA TALLER JORGE GONZÁLEZ REYNA

NORTE



HUEHUETOCA EDO. DE MÉXICO

AV. BENIGNO PÉREZ

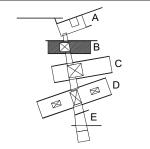

SIMBOLOGÍA

RED ELÉCTRICA - CONTACTOS
RED VOZ Y DATOS

CONTACTO SIMPLE

CONTACTO DE SEGURIDAD

ONTACTO EN PISO

REGISTRO QUE SUBE

□ REGISTRO
 □ TABLERO

TD

TABLERO DERIVADO

NOTAS

PLANTA I. ELÉCTRICA - CONTACTOS


EDIFICIO B


IE-09

1:200

14.12.2017

0.5 1.5

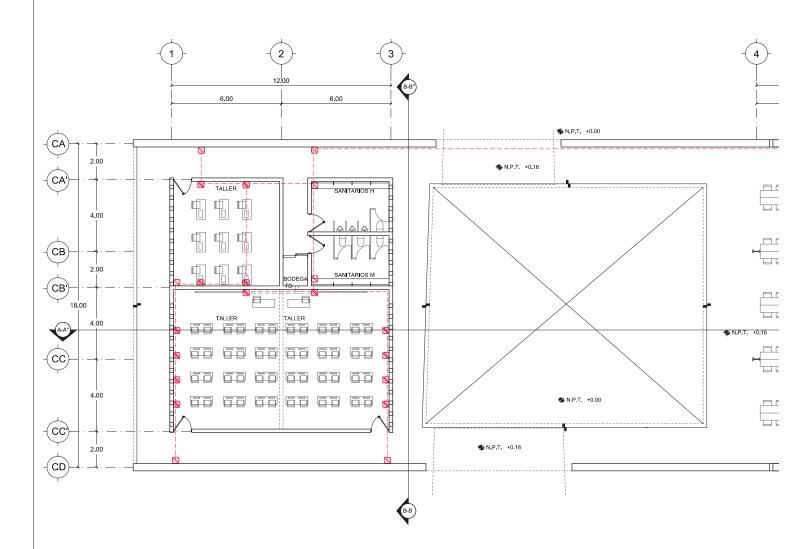

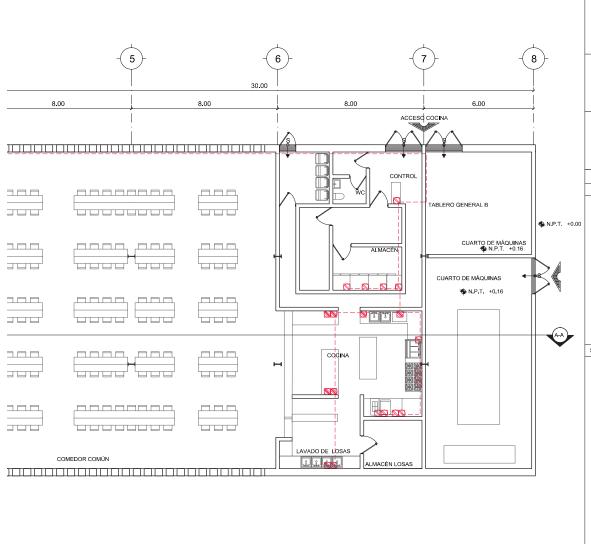

ALBERGUE PARA MIGRANTES

PROYECTO

BLANCO LÓPEZ ANDREA

MORA NIETO DANIELA

REVISÓ

ARQ. OSCAR ENRÍQUEZ ARQ. HARRIS LEE ARQ. EDUARDO SCHÜTTE


#### UNAM

FACULTAD DE ARQUITECTURA
TALLER JORGE GONZÁLEZ REYNA



HUEHUETOCA EDO. DE MÉXICO

AV. BENIGNO PÉREZ

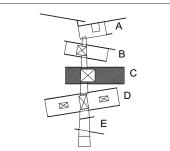

SIMBOLOGÍA

--- RED ELÉCTRICA - CONTACTOS

RED VOZ Y DATOS
CONTACTO SIMPLE

S CONTACTO DOBLE

CONTACTO DE SEGURIDAD

ONTACTO EN PISO

REGISTRO QUE SUBE □ REGISTRO

TABLERO

TD

TABLERO DERIVADO

NOTAS


PLANTA I. ELÉCTRICA - CONTACTOS


EDIFICIO C

IE-10

1:200

1.5 14.12.2017

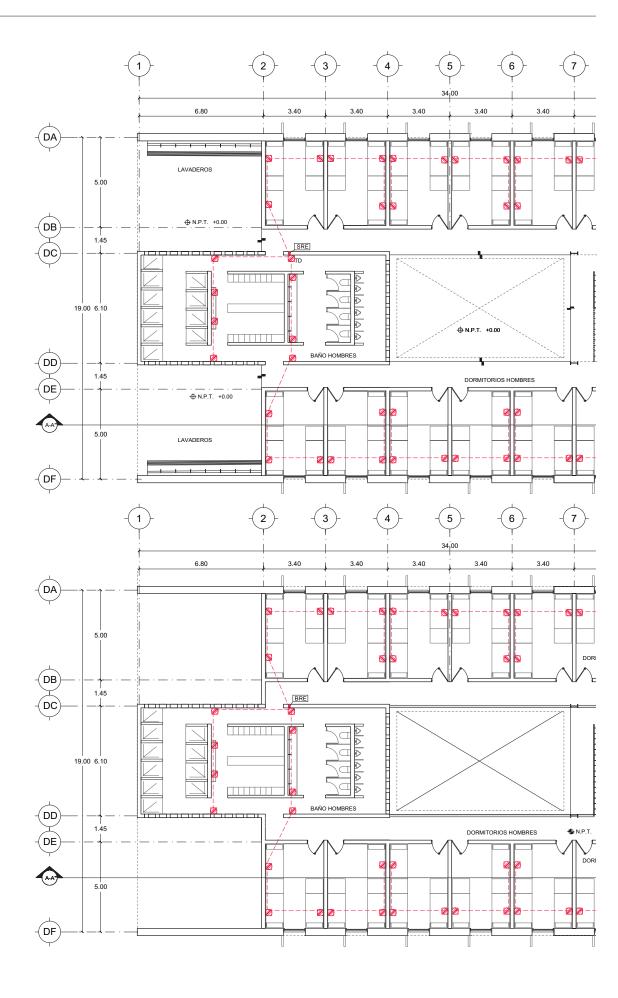

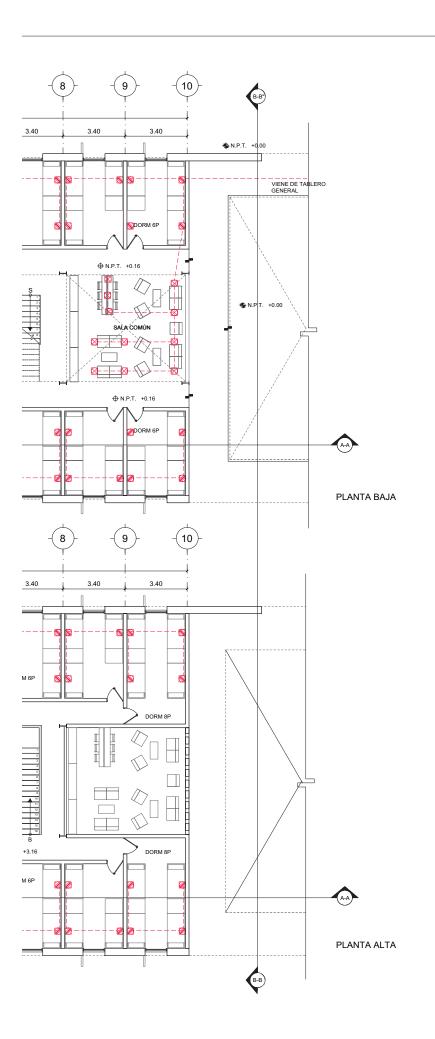

ALBERGUE PARA MIGRANTES

PROYECTO

BLANCO LÓPEZ ANDREA

MORA NIETO DANIELA

REVISÓ

ARQ. OSCAR ENRÍQUEZ ARQ. HARRIS LEE ARQ. EDUARDO SCHÜTTE

#### UNAM


FACULTAD DE ARQUITECTURA TALLER JORGE GONZÁLEZ REYNA





HUEHUETOCA EDO. DE MÉXICO

AV. BENIGNO PÉREZ

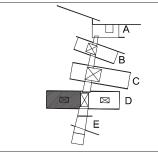

SIMBOLOGÍA

--- RED ELÉCTRICA - CONTACTOS

RED VOZ Y DATOS
CONTACTO SIMPLE

S CONTACTO DOBLE

CONTACTO DE SEGURIDAD

ONTACTO EN PISO

REGISTRO QUE SUBE

□ REGISTRO
 □ TABLERO
 □ TABL

TD T

TABLERO DERIVADO

SRE SUBE REGISTRO ELÉCTRICO BRE BAJA REGISTRO ELÉCTRICO

NOTAS

PLANTA I. ELÉCTRICA - CONTACTOS


EDIFICIO D


DORMITORIO HOMBRES

IE-11

1:200

5 1.5 14.12.2017

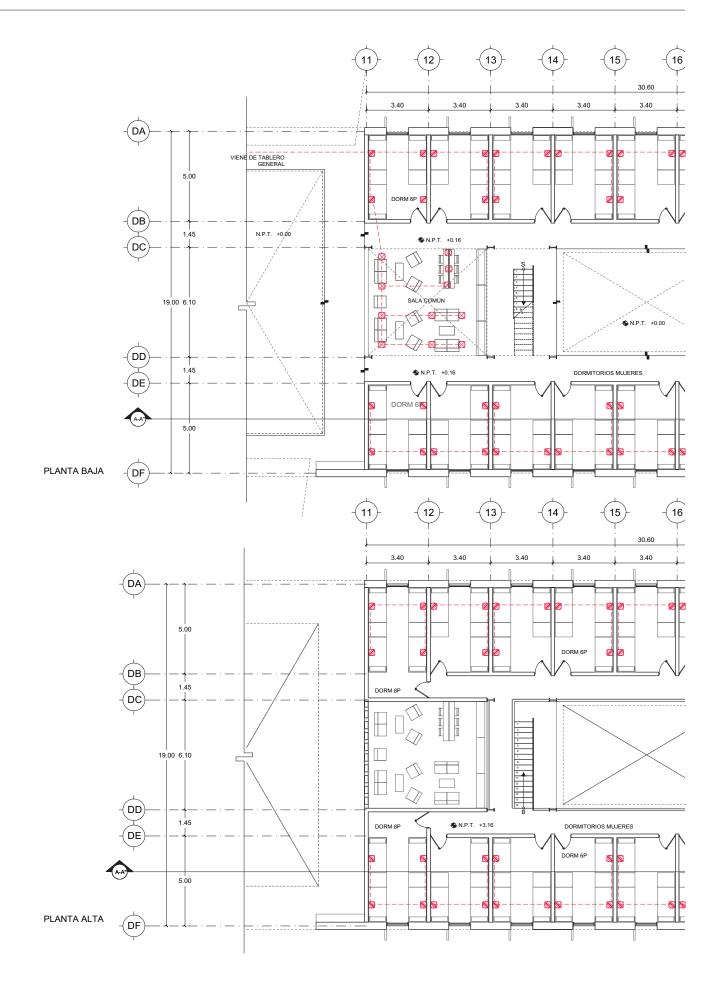

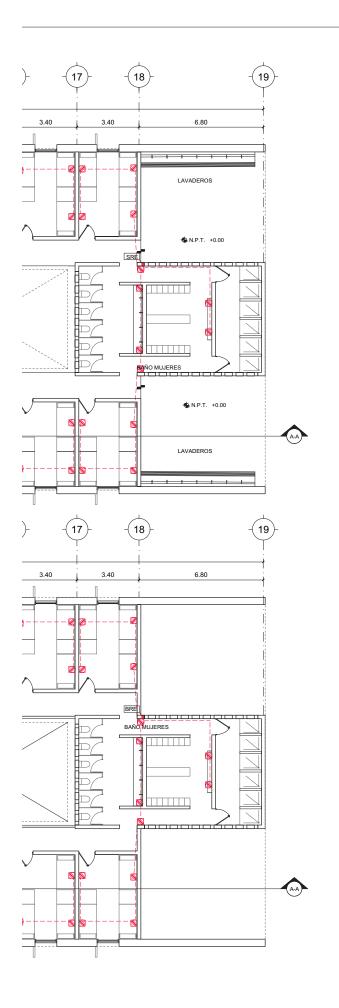

ALBERGUE PARA MIGRANTES

PROYECTO

BLANCO LÓPEZ ANDREA

MORA NIETO DANIELA

REVISÓ

ARQ. OSCAR ENRÍQUEZ ARQ. HARRIS LEE ARQ. EDUARDO SCHÜTTE

#### UNAM


FACULTAD DE ARQUITECTURA
TALLER JORGE GONZÁLEZ REYNA

NORTE



HUEHUETOCA EDO. DE MÉXICO

AV. BENIGNO PÉREZ

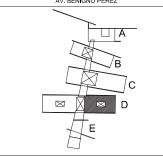

SIMBOLOGÍA

RED ELÉCTRICA - CONTACTOS

RED VOZ Y DATOS
CONTACTO SIMPLE

CONTACTO DE SEGURIDAD

CONTACTO EN PISO

REGISTRO QUE SUBE

□ REGISTRO
 □ TABLERO

IABLERC

TD SRE

TABLERO DERIVADO

SRE SUBE REGISTRO ELÉCTRICO

BRE BAJA REGISTRO ELÉCTRICO

EDIFICIO D


DORMITORIO MUJERES


IE-12

1:200

14.12.2017

0.5 1.5 1.0 2.0

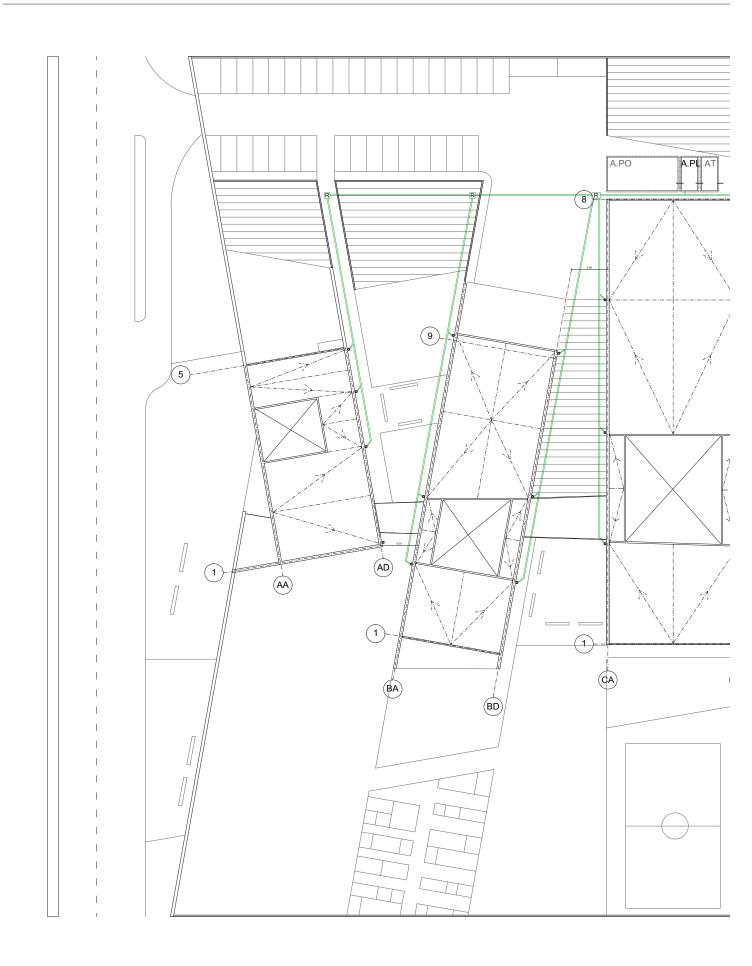

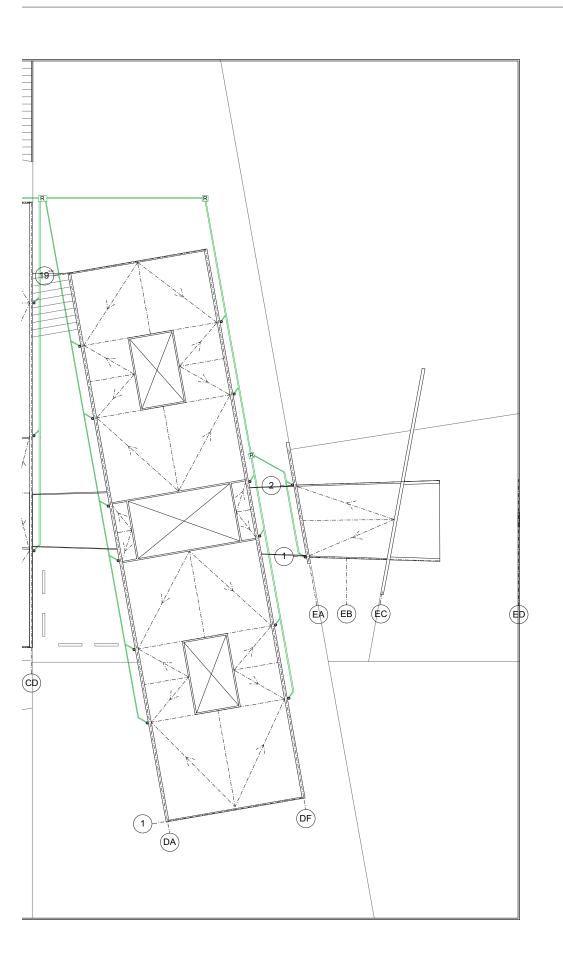

ALBERGUE PARA MIGRANTES

PROYECTO

BLANCO LÓPEZ ANDREA

MORA NIETO DANIELA

REVISÓ

ARQ. OSCAR ENRÍQUEZ ARQ. HARRIS LEE ARQ. EDUARDO SCHÜTTE

U N A M

FACULTAD DE ARQUITECTURA


TALLER JORGE GONZÁLEZ REYNA

NORTE



HUEHUETOCA EDO. DE MÉXICO

AV. BENIGNO PÉREZ

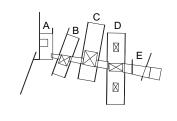

### SIMBOLOGÍA

RED RECICLAMIENTO AGUA PLUVIAL
CISTERNAS
A.PO CISTERNA AGUA POTABLE

A.PO CISTERNA AGUA POTABLE
A.PL CISTERNA AGUA PLUVIAL
AT CISTERNA AGUA TRATADA

CM CUARTO DE MÁQUINAS

---- BAJADA DE AGUAS PLUVIALES - BAP

#### NOTAS

Todas las BAP van exteriores al edificio con un tubo de acero inoxidable de 6 " de espesor


Canales en las trabes invertidas para flujo de bajadas de agua.


# PLANTA RED PLUVIAL PLANTA DE TECHOS

IH-01

1:500

1.0 2.0

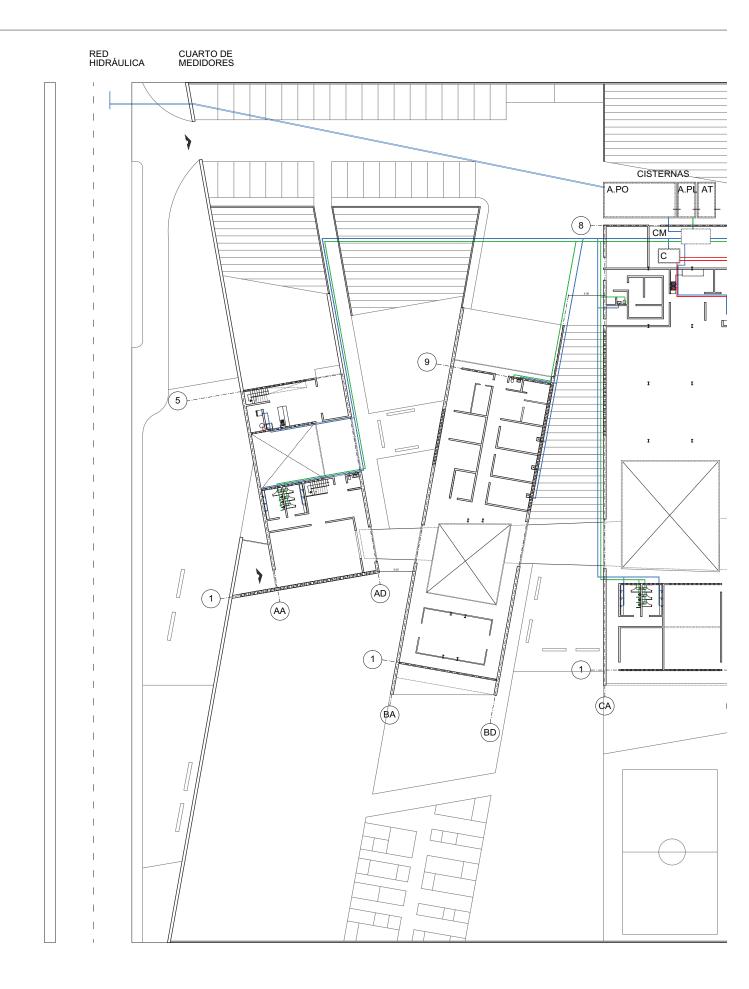

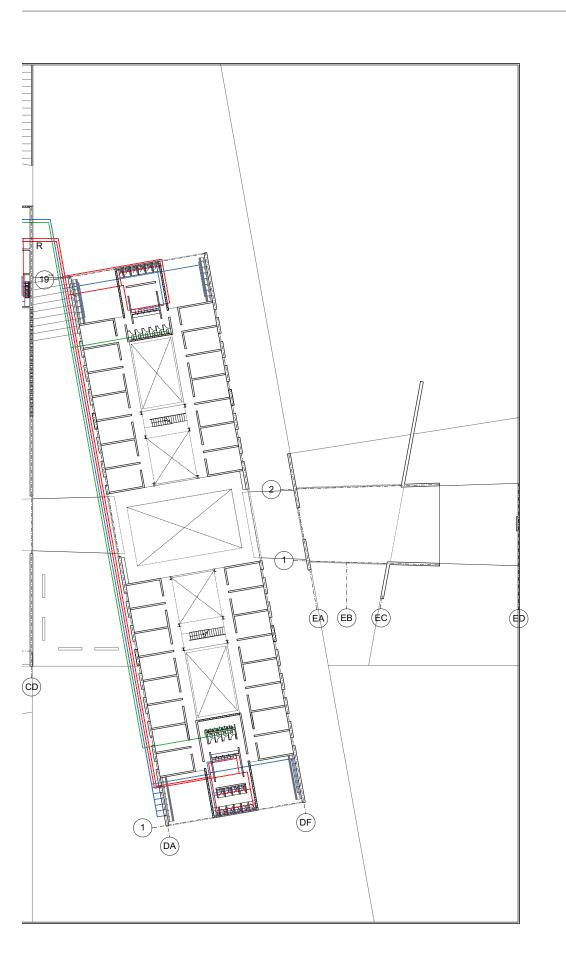

ALBERGUE PARA MIGRANTES

PROYECTO

BLANCO LÓPEZ ANDREA

MORA NIETO DANIELA

REVISÓ

ARQ. OSCAR ENRÍQUEZ ARQ. HARRIS LEE ARQ. EDUARDO SCHÜTTE

U N A M

FACULTAD DE ARQUITECTURA


TALLER JORGE GONZÁLEZ REYNA

NORTE



HUEHUETOCA EDO. DE MÉXICO

AV. BENIGNO PÉREZ

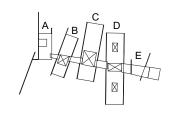

## SIMBOLOGÍA

RED HIDRÁULICA FRÍA
RED HIDRÁULICA CALIENTE
RED RECICLAMIENTO AGUA PLUVIAL

A.PO CISTERNA AGUA POTABLE
A.PL CISTERNA AGUA PLUVIAL
AT CISTERNA AGUA TRATADA

AT CISTERNA AGUA TRATA

C= CALDERA

R RETORNO A CALDERA


CM CUARTO DE MÁQUINAS


# PLANTA RED HIDRÁULICA PLANTA GENERAL


IH-02

1:500

1.0 2.0

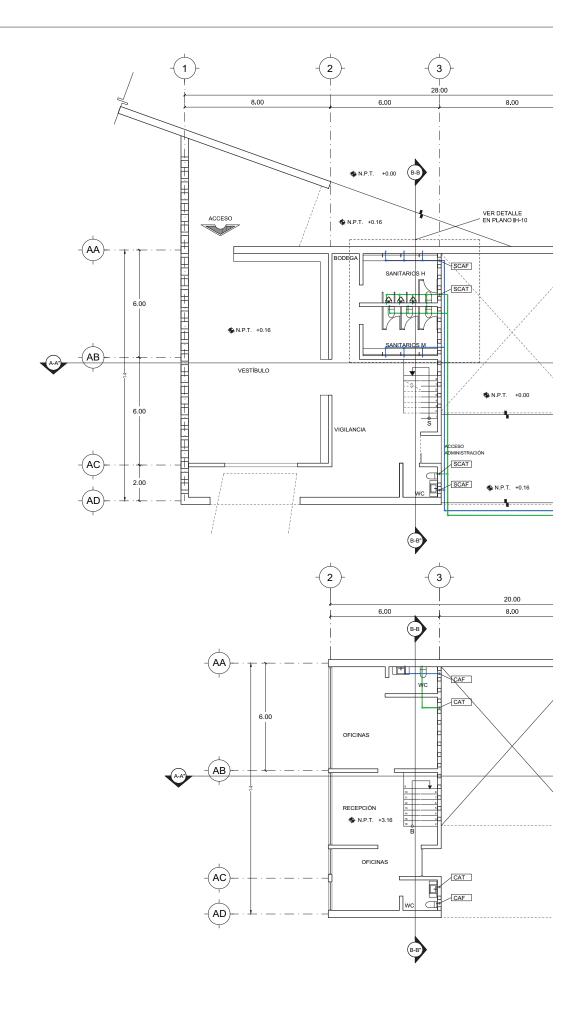

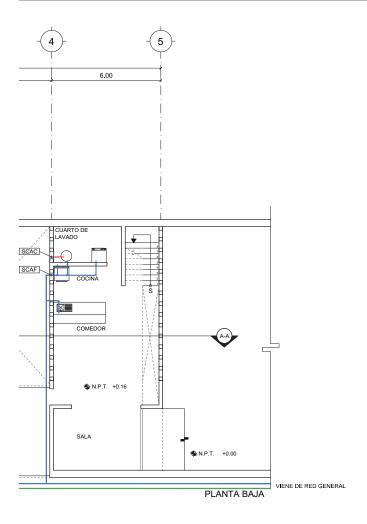

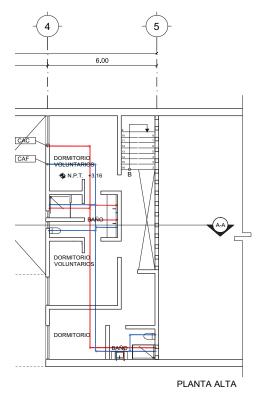

ALBERGUE PARA MIGRANTES

PROYECTO

BLANCO LÓPEZ ANDREA

MORA NIETO DANIELA

REVISÓ


ARQ. OSCAR ENRÍQUEZ ARQ. HARRIS LEE ARQ. EDUARDO SCHÜTTE

UNAM FACULTAD DE ARQUITECTURA TALLER JORGE GONZÁLEZ REYNA



HUEHUETOCA EDO. DE MÉXICO

AV. BENIGNO PÉREZ

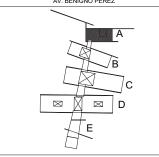

SIMBOLOGÍA

RED HIDRÁULICA FRÍA RED HIDRÁULICA CALIENTE RED RECICLAMIENTO AGUA TRATADA


R RETORNO A CALDERA SCAF SUBE COLUMNA AGUA FRÍA CAF LLEGA COLUMNA AGUA FRÍA


SCAT SUBE COLUMNA AGUA TRATADA CAT LLEGA COLUMNA AGUA TRATADA SCAC SUBE COLUMNA AGUA CALIENTE CAC LLEGA COLUMNA AGUA CALIENTE

Ver detalles en plano IH.08

INSTALACIÓN HIDRÁULICA **EDIFICIO A** ESCALA IH-03

1:200

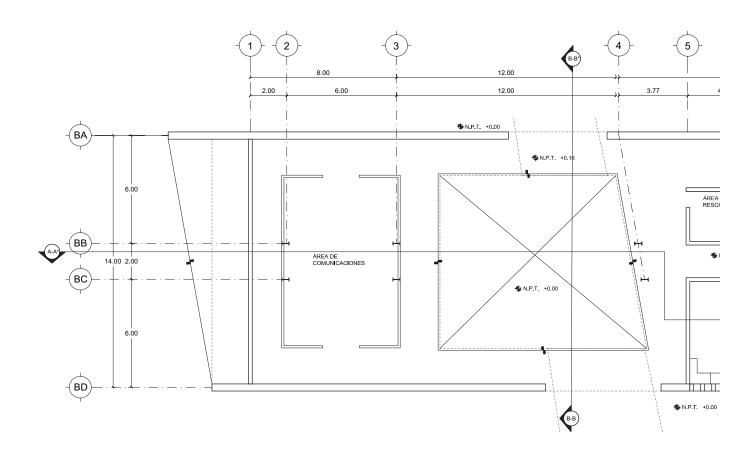

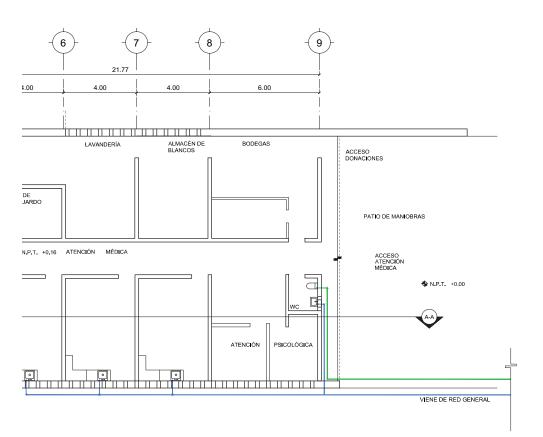

ALBERGUE PARA MIGRANTES

PROYECTO

BLANCO LÓPEZ ANDREA

MORA NIETO DANIELA

REVISÓ

ARQ. OSCAR ENRÍQUEZ ARQ. HARRIS LEE ARQ. EDUARDO SCHÜTTE

#### UNAM


FACULTAD DE ARQUITECTURA TALLER JORGE GONZÁLEZ REYNA

NORTE



HUEHUETOCA EDO. DE MÉXICO

AV. BENIGNO PÉREZ

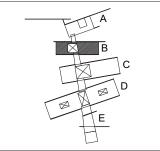

SIMBOLOGÍA

RED HIDRÁULICA FRÍA

RED HIDRÁULICA CALIENTE

RED RECICLAMIENTO AGUA TRATADA


NOTAS


INSTALACIÓN HIDRÁULICA
EDIFICIO B


IH-04


1:200

5 1.5 14.12.2017 1.0 2.0

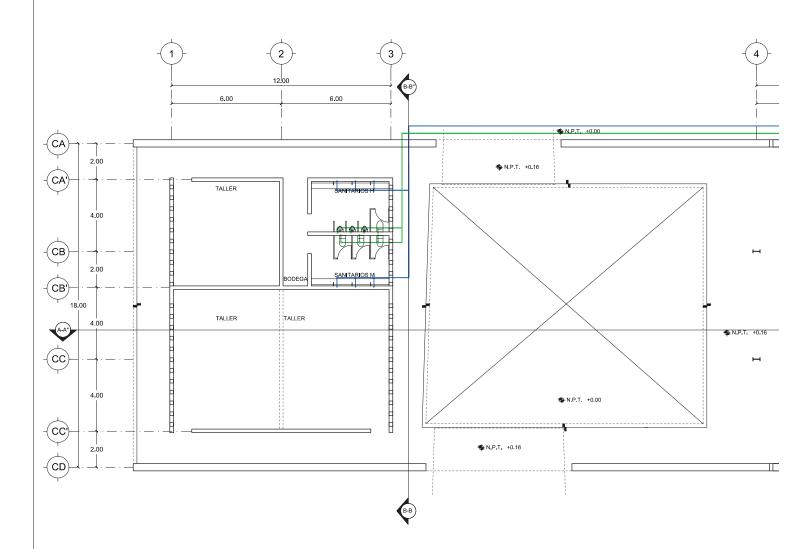

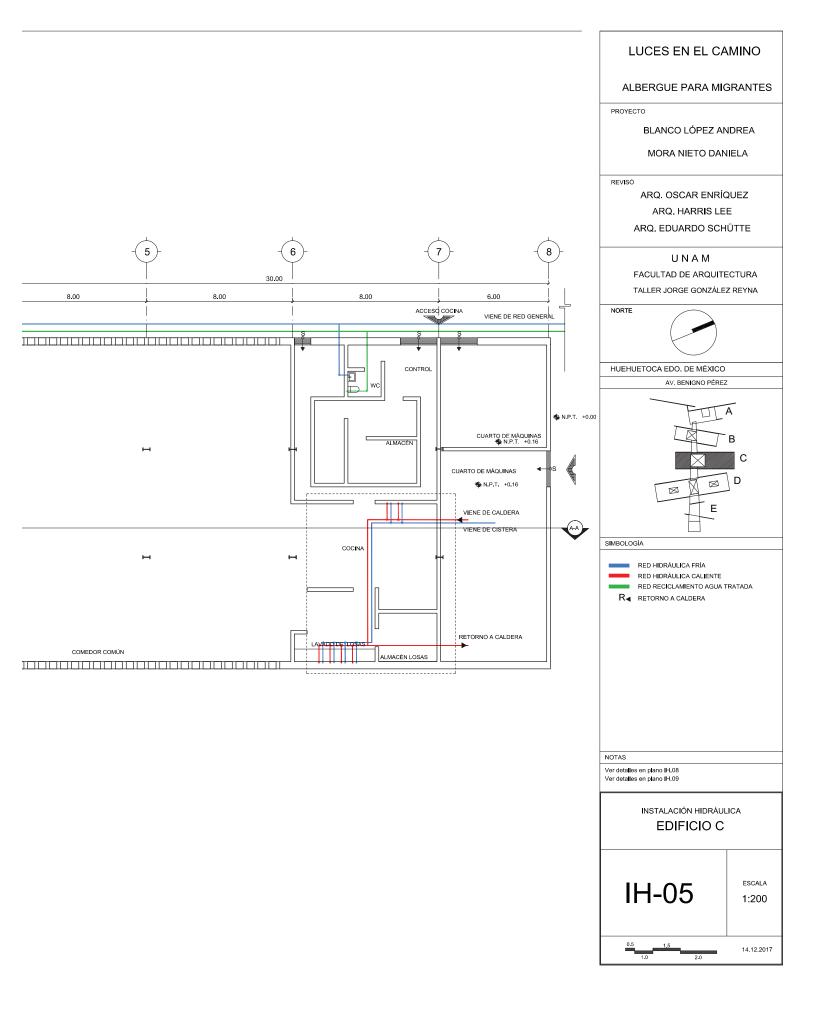

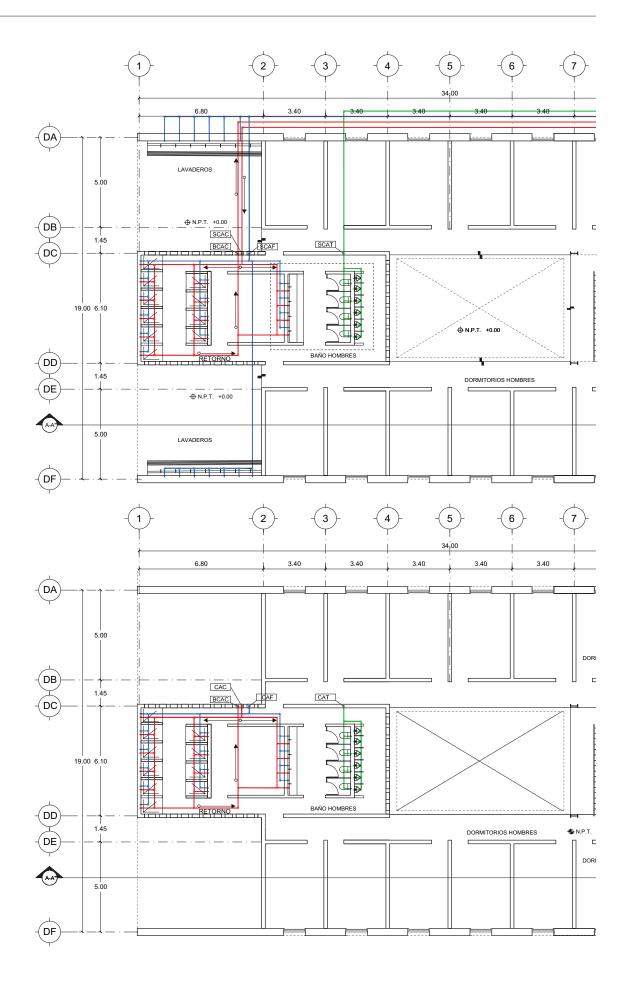

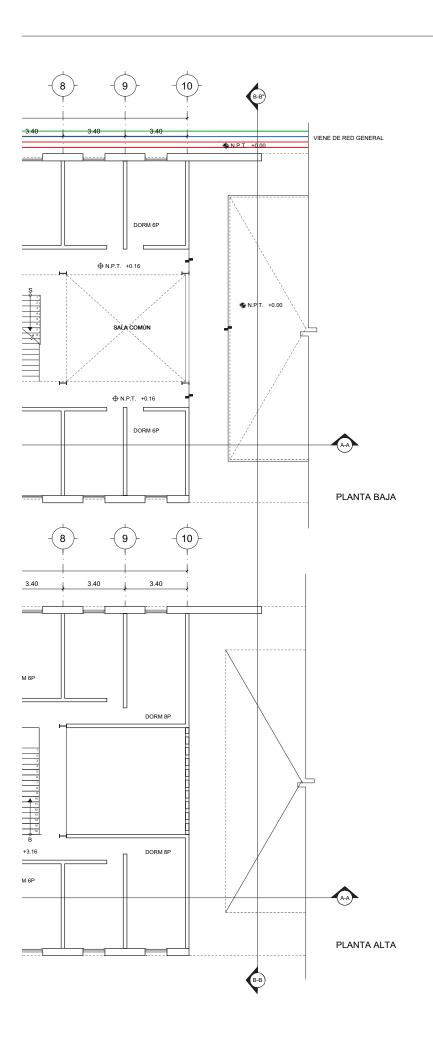

ALBERGUE PARA MIGRANTES

PROYECTO

BLANCO LÓPEZ ANDREA

MORA NIETO DANIELA

REVISÓ

ARQ. OSCAR ENRÍQUEZ ARQ. HARRIS LEE ARQ. EDUARDO SCHÜTTE

#### UNAM


FACULTAD DE ARQUITECTURA TALLER JORGE GONZÁLEZ REYNA





HUEHUETOCA EDO. DE MÉXICO

AV. BENIGNO PÉREZ

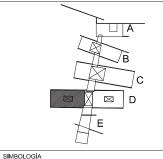

#### MBOLOGIA

RED HIDRÁULICA FRÍA
RED HIDRÁULICA CALIENTE

RED RECICLAMIENTO AGUA TRATADA

R

RETORNO A CALDERA

CAE

SUBE COLUMNA AGUA ERÍA

 SCAF
 SUBE COLUMNA AGUA FRIA

 CAF
 LLEGA COLUMNA AGUA FRIA

 SCAT
 SUBE COLUMNA AGUA TRATADA

 LLEGA COLUMNA AGUA TRATADA
 SCAC

 SCAC
 SUBE COLUMNA AGUA CALIENTE

CAC LLEGA COLUMNA AGUA CALIENTE
BCAC BAJA COLUMNA AGUA CALIENTE

NOTAS

Ver detalles en plano IH.10


INSTALACIÓN HIDRÁULICA
EDIFICIO D


DORMITORIO HOMBRES

IH-06

1:200

1.5 14.12.2017

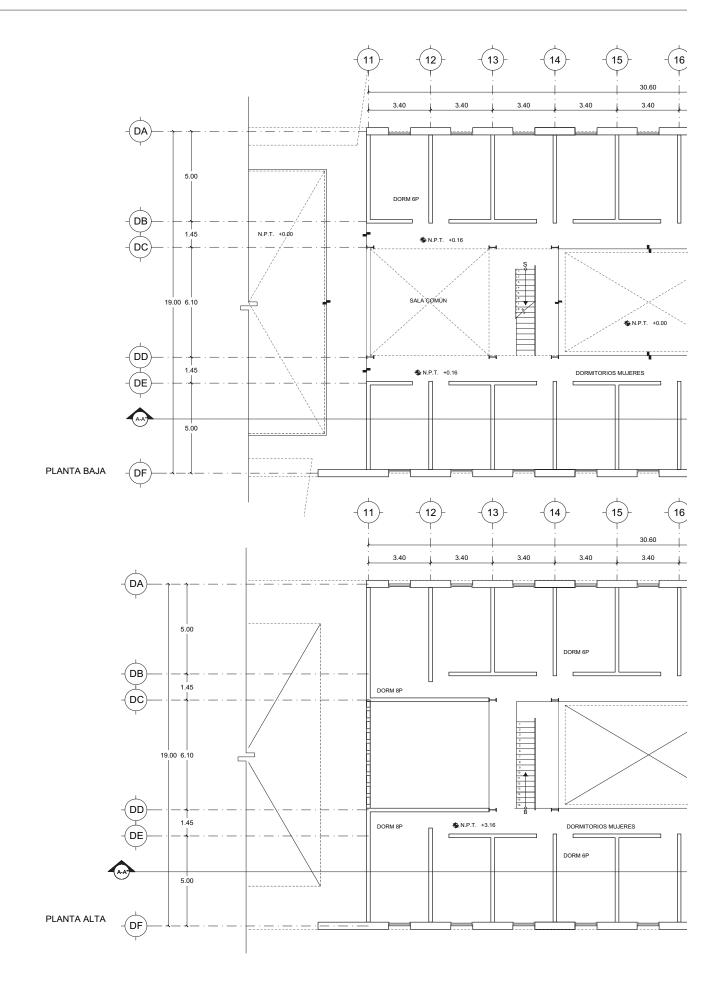

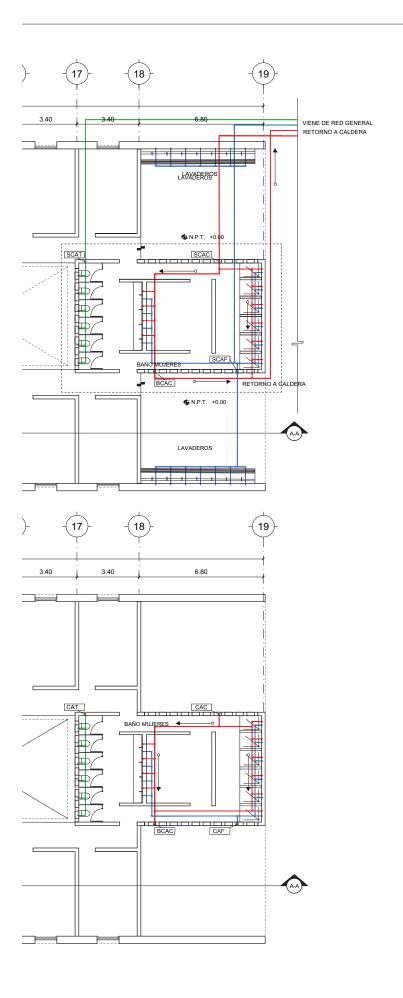

ALBERGUE PARA MIGRANTES

PROYECTO

BLANCO LÓPEZ ANDREA

MORA NIETO DANIELA

REVISÓ

ARQ. OSCAR ENRÍQUEZ ARQ. HARRIS LEE ARQ. EDUARDO SCHÜTTE

#### UNAM


FACULTAD DE ARQUITECTURA TALLER JORGE GONZÁLEZ REYNA





HUEHUETOCA EDO. DE MÉXICO

AV. BENIGNO PÉREZ

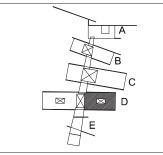

#### SIMBOLOGÍA

RED HIDRÁULICA FRÍA RED HIDRÁULICA CALIENTE

RED RECICLAMIENTO AGUA TRATADA R₄ RETORNO A CALDERA

SCAF SUBE COLUMNA AGUA FRÍA CAF SCAT

LLEGA COLUMNA AGUA FRÍA SUBE COLUMNA AGUA TRATADA CAT LLEGA COLUMNA AGUA TRATADA SUBE COLUMNA AGUA CALIENTE

SCAC CAC LLEGA COLUMNA AGUA CALIENTE BCAC BAJA COLUMNA AGUA CALIENTE

NOTAS


Ver detalles en plano IH.11

INSTALACIÓN HIDRÁULICA **EDIFICIO D** 


DORMITORIO MUJERES

**IH-07** 

ESCALA 1:200

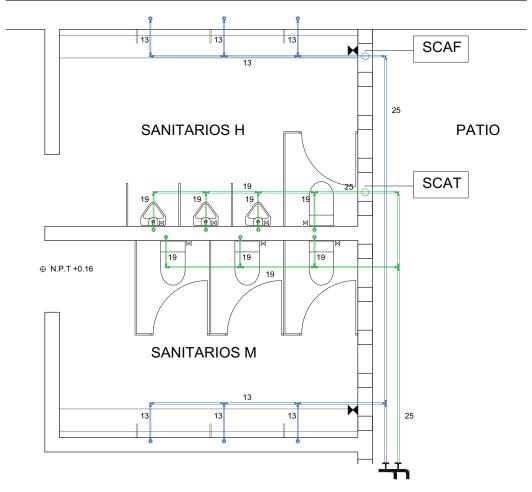

PLANTA

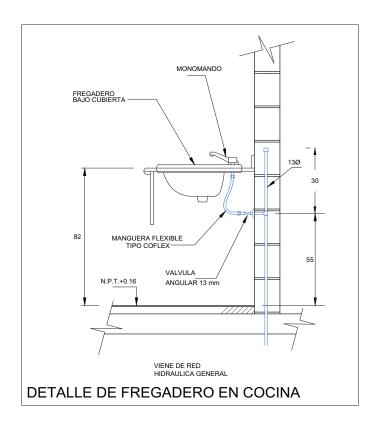

#### ALBERGUE PARA MIGRANTES

PROYECTO

BLANCO LÓPEZ ANDREA

MORA NIETO DANIELA

REVISÓ

ARQ. OSCAR ENRÍQUEZ ARQ. HARRIS LEE ARQ. EDUARDO SCHÜTTE


UNAM

FACULTAD DE ARQUITECTURA TALLER JORGE GONZÁLEZ REYNA





AV. BENIGNO PÉREZ HUEHUETOCA EDO. DE MÉXICO

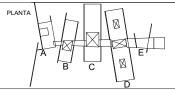

SIMBOLOGÍA

SCAT

SCAF

N.P.T. NIVEL DE PISO TERMINADO

CODO EN T

LLAVE DE PASO
LLAVE DE CONTROL

SUBE COLUMNA DE AGUA TRATADA SUBE COLUMNA DE AGUA FRÍA TUBERÍA DE AGUA FRÍA EN COBRE POR LECHO BAJPO DE LOSA

TUBERÍA DE RECICLAMIENTO DE AGUA PLUVIAL Y AGUA TRATADA POR LECHO BAJO DE LOSA

NOTA

Se indica Ø en cada tubería

DETALLES DE PLANTAS HIDRÁULICAS
EDIFICIO A -ADMINISTRACIÓN


IH-08


ESCALA 1:50


0.5m 2m

19.10.2017

## **PLANTA**

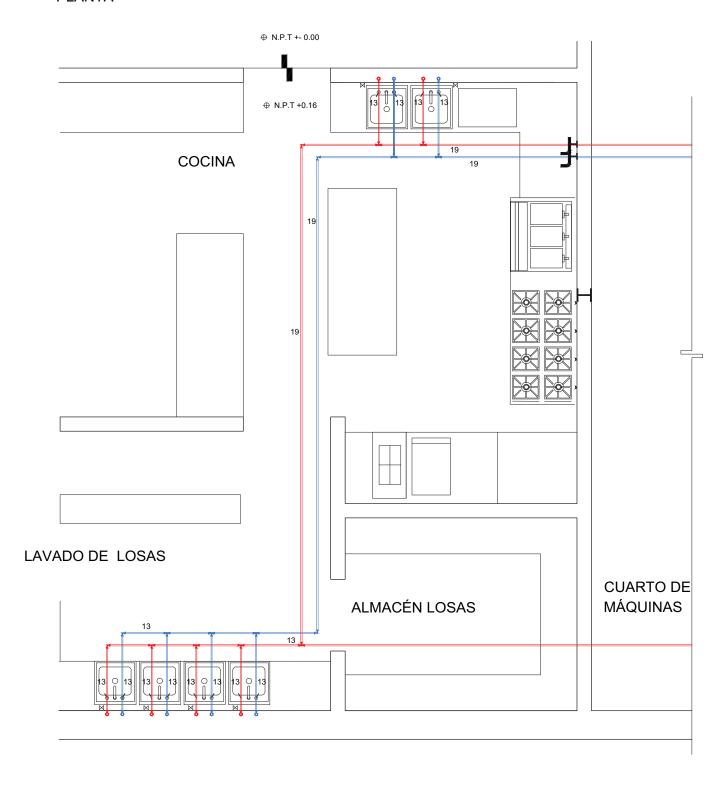

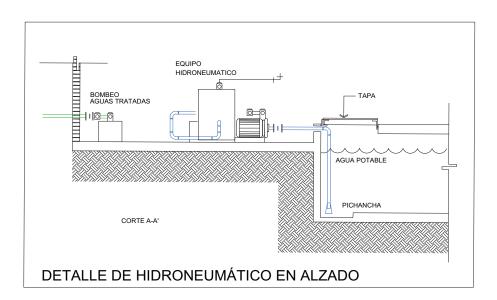

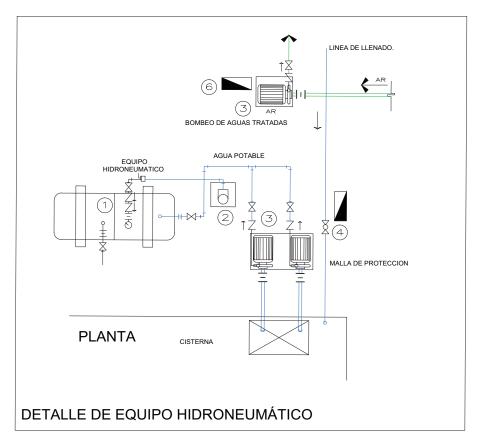


# LUCES EN EL CAMINO ALBERGUE PARA MIGRANTES PROYECTO BLANCO LÓPEZ ANDREA MORA NIETO DANIELA REVISÓ ARQ. OSCAR ENRÍQUEZ ARQ. HARRIS LEE ARQ. EDUARDO SCHÜTTE UNAM FACULTAD DE ARQUITECTURA TALLER JORGE GONZÁLEZ REYNA NORTE CROQUIS DE LOCALIZACION AV. BENIGNO PÉREZ HUEHUETOCA EDO. DE MÉXICO Ø SIMBOLOGÍA NIVEL DE PISO TERMINADO CODO EN T CODO EN L LLAVE DE PASO LLAVE DE CONTROL TUBERÍA DE AGUA CALIENTE EN COBRE POR LECHO BAJPO DE LOSA TUBERÍA DE AGUA FRÍA EN COBRE POR LECHO BAJPO DE LOSA TUBERÍA DE RECICLAMIENTO DE AGUA PLUVIAL Y AGUA TRATADA POR LECHO BAJO DE LOSA Se indica Ø en cada tubería DETALLES DE PLANTAS HIDRÁULICAS EDIFICIO C -COMEDOR


ESCALA

1:50

19.10.2017

IH-09

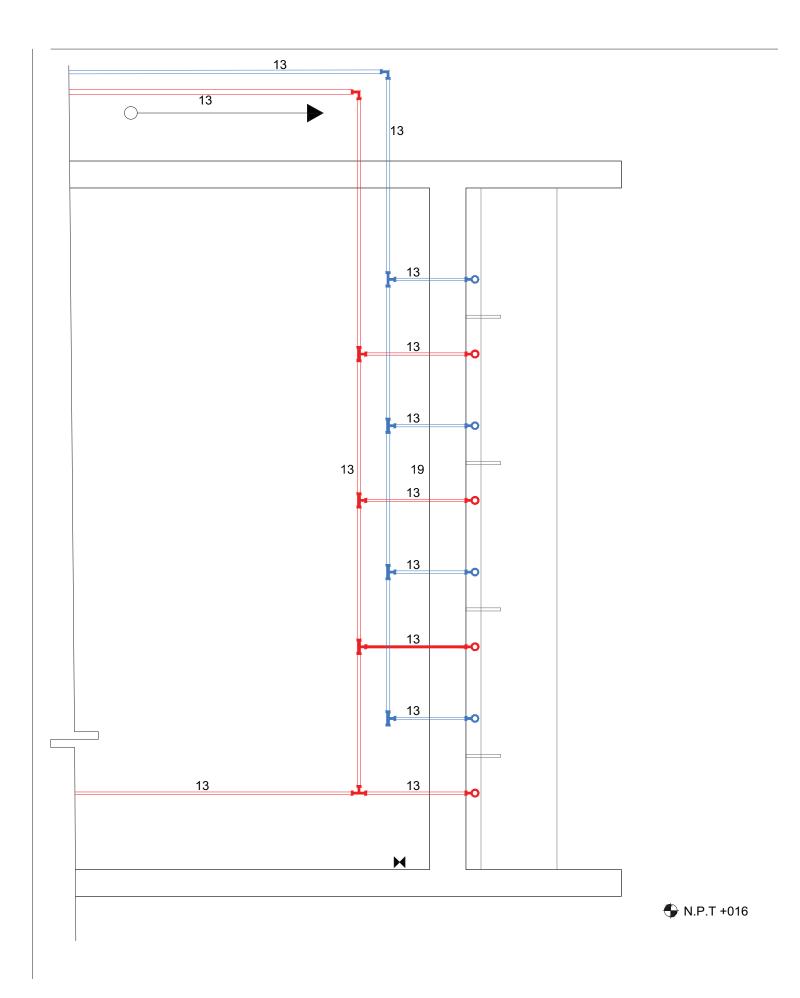

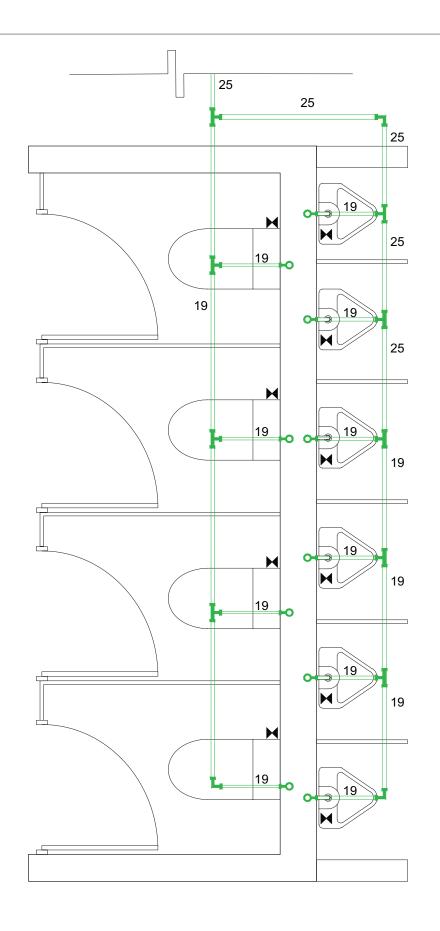

# LUCES EN EL CAMINO ALBERGUE PARA MIGRANTES

PROYECTO

BLANCO LÓPEZ ANDREA

MORA NIETO DANIELA

REVISÓ

SIMBOLOGÍA

NOTAS

Se indica Ø en cada tubería

ARQ. OSCAR ENRÍQUEZ ARQ. HARRIS LEE ARQ. EDUARDO SCHÜTTE

U N A M

FACULTAD DE ARQUITECTURA

TALLER JORGE GONZÁLEZ REYNA



AV. BENIGNO PÉREZ

AV. BENIGNO PÉREZ

C

C

E


# N.P.T. NIVEL DE PISO TERMINADO CODO EN T CODO EN L LLAVE DE PASO LLAVE DE CONTROL TUBERÍA DE AGUA CALIENTE EN COBRE POR LECHO BAJO DE LOSA TUBERÍA DE AGUA FRÍA EN COBRE POR LECHO BAJO DE LOSA TUBERÍA DE RECICLAMIENTO DE AGUA PLUVIAL Y AGUA TRATADA POR LECHO BAJO DE LOSA

BAÑOS DE HOMBRES
EDIFICIO D

IH-10

ESCALA
1:20

1.0 2.0 14.12.2017

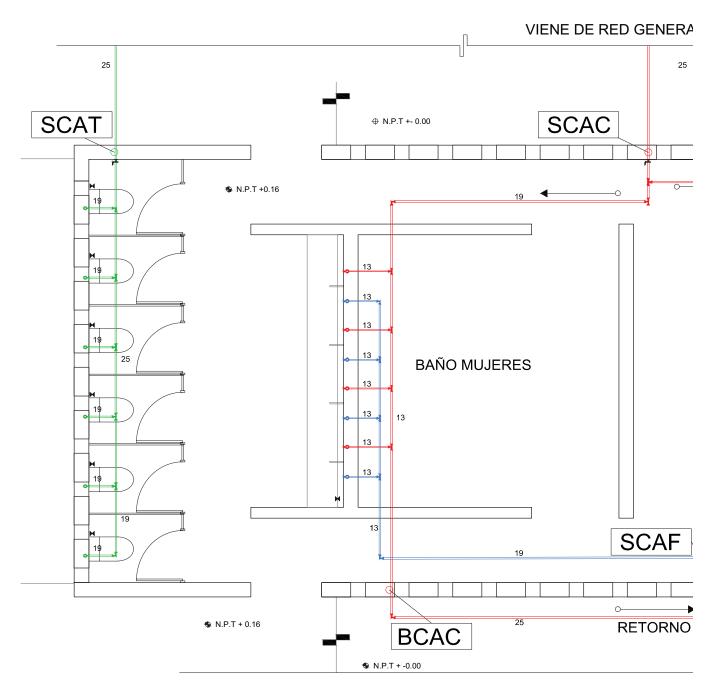

VA A LA\

PLANTA BAJA

# ١L **RETORNO A CALDERA** 25 19 SIMBOLOGIA TUBERIA AGUA CALIENTE DE 13Ø mm 13 TUBERIA AGUA FRIA DE 13Ø mm REGADERA MOD. A ELEGIR LLAVE DE EMPOTRAR CODO CONECTOR ROSCA INT. 25 25 4 4 (5) 13Ø 2 1 1.10 13Ø 13 13Ø 19 **DETALLE DE REGADERAS** 25 25 /ADEROS

## LUCES EN EL CAMINO ALBERGUE PARA MIGRANTES

PROYECTO

BLANCO LÓPEZ ANDREA

MORA NIETO DANIELA

REVISÓ

ARQ. OSCAR ENRÍQUEZ ARQ. HARRIS LEE ARQ. EDUARDO SCHÜTTE

UNAM


FACULTAD DE ARQUITECTURA TALLER JORGE GONZÁLEZ REYNA

NORTE



HUEHUETOCA EDO. DE MÉXICO

AV. BENIGNO PÉREZ

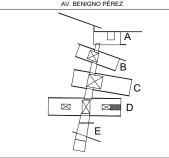

SIMBOLOGÍA N.P.T.

NIVEL DE PISO TERMINADO

CODO EN T CODO EN L LLAVE DE PASO

SCAT SCAF

BCAC

LLAVE DE CONTROL

SUBE COLUMNA DE AGUA TRATADA SUBE COLUMNA DE AGUA FRÍA SUBE COLUMNA DE AGUA CALIENTE BAJA COLUMNA DE AGUA CALIENTE

TUBERÍA DE AGUA CALIENTE EN COBRE POR LECHO BAJO DE LOSA TUBERÍA DE AGUA FRÍA EN COBRE POR LECHO BAJO DE LOSA

TUBERÍA DE RECICLAMIENTO DE AGUA PLUVIAL Y AGUA TRATADA POR LECHO BAJO DE LOSA


Se indica Ø en cada tubería


BAÑOS DE MUJERES

EDIFICIO D

**IH-11** 

ESCALA 1:50

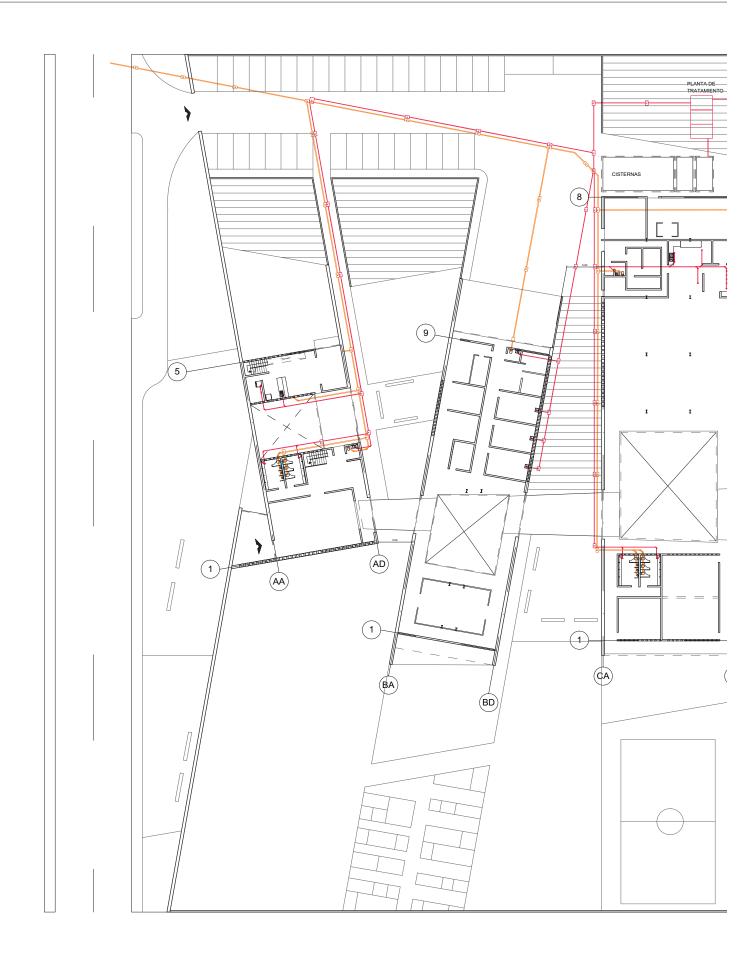

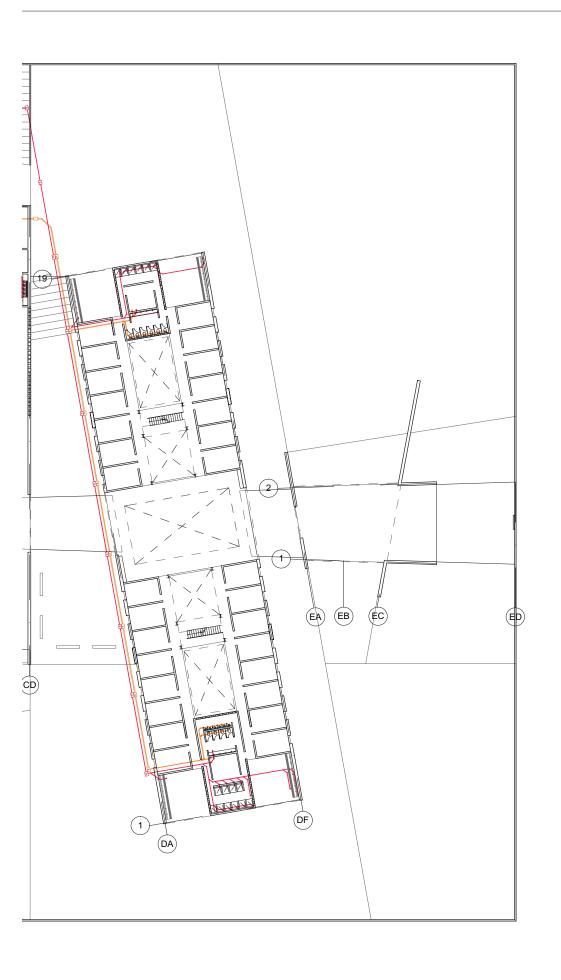

ALBERGUE PARA MIGRANTES

PROYECTO

BLANCO LÓPEZ ANDREA

MORA NIETO DANIELA

REVISÓ

ARQ. OSCAR ENRÍQUEZ

ARQ. HARRIS LEE

ARQ. EDUARDO SCHÜTTE

UNAM


FACULTAD DE ARQUITECTURA TALLER JORGE GONZÁLEZ REYNA

NORTE



HUEHUETOCA EDO. DE MÉXICO

AV. BENIGNO PÉREZ

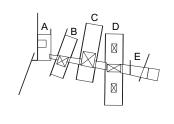

SIMBOLOGÍA

RED GENERAL AGUAS NEGRAS

> RED GENERAL AGUAS JABONOSAS

VENTILACIÓN

R


REGISTRO


INSTALACIÓN SANITARIA
PLANTA GENERAL


**IS-01** 

1:500

1.0 2.0

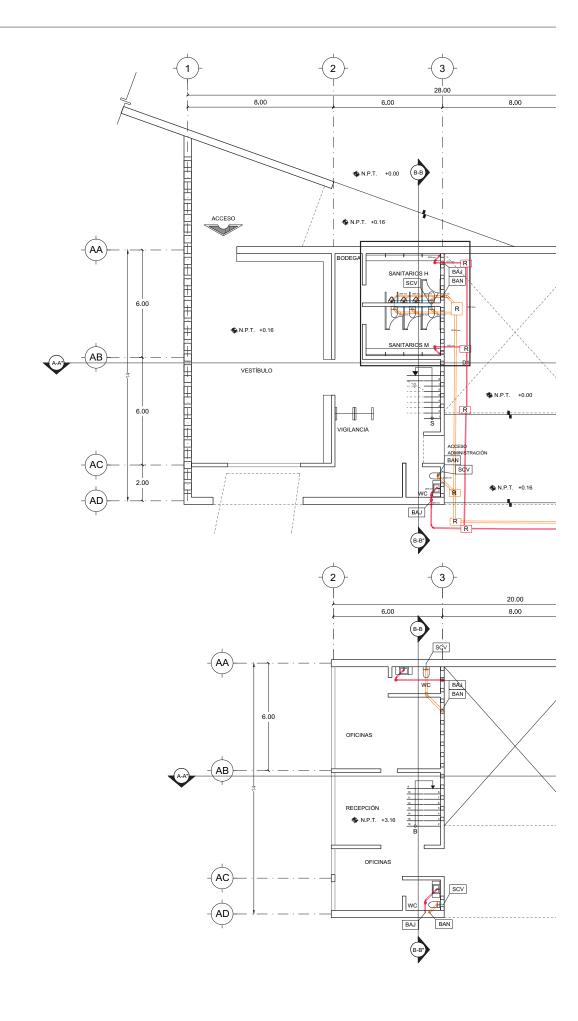

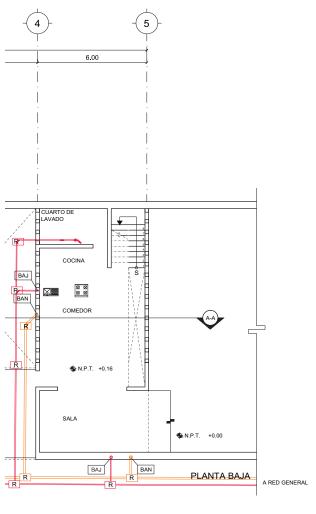

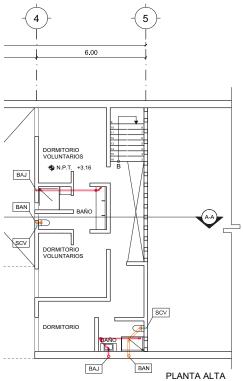

ALBERGUE PARA MIGRANTES

PROYECTO

BLANCO LÓPEZ ANDREA

MORA NIETO DANIELA

REVISÓ

ARQ. OSCAR ENRÍQUEZ ARQ. HARRIS LEE ARQ. EDUARDO SCHÜTTE

UNAM


FACULTAD DE ARQUITECTURA TALLER JORGE GONZÁLEZ REYNA

NORTE



HUEHUETOCA EDO. DE MÉXICO

AV. BENIGNO PÉREZ

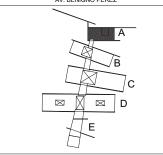

SIMBOLOGÍA

RED- AGUAS NEGRAS

— RED- AGUAS JABONOSAS

VENTILACIÓN

CO COLADERA

SCV SUBE COLUMNA Ø50 DE VENTILACIÓN

BAN BAJADA

Ø100 DE AGUAS NEGRAS

BAJ BAJADA Ø100 DE AGUAS JABONOSAS


R REGISTRO


INSTALACIÓN SANITARIA EDIFICIO A

**IS-02** 

1:200

1.5 14.12.2017

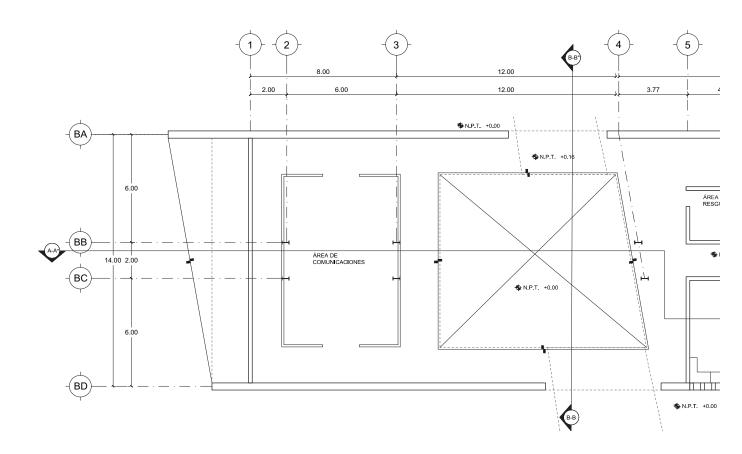

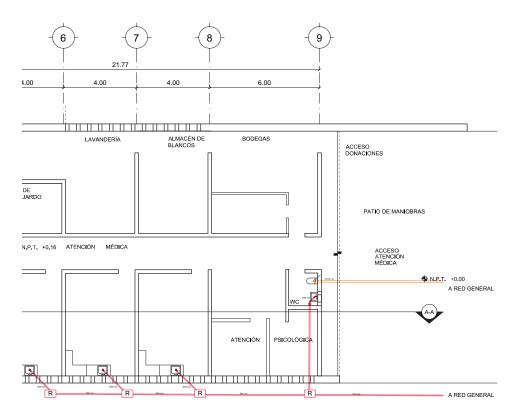

## ALBERGUE PARA MIGRANTES

PROYECTO

BLANCO LÓPEZ ANDREA

MORA NIETO DANIELA

REVISÓ

ARQ. OSCAR ENRÍQUEZ ARQ. HARRIS LEE ARQ. EDUARDO SCHÜTTE

#### UNAM


FACULTAD DE ARQUITECTURA TALLER JORGE GONZÁLEZ REYNA

NORTE



HUEHUETOCA EDO. DE MÉXICO

AV. BENIGNO PÉREZ

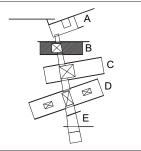

SIMBOLOGÍA

**RED- AGUAS NEGRAS** 

**RED- AGUAS JABONOSAS** 

VENTILACIÓN

CO COLADERA

SUBE COLUMNA DE VENTILACIÓN SCV

Ø50

BAN

BAJADA DE AGUAS NEGRAS Ø100

BAJ BAJADA

R


DE AGUAS JABONOSAS Ø100


REGISTRO

INSTALACIÓN SANITARIA **EDIFICIO B** 

**IS-03** 

ESCALA 1:200

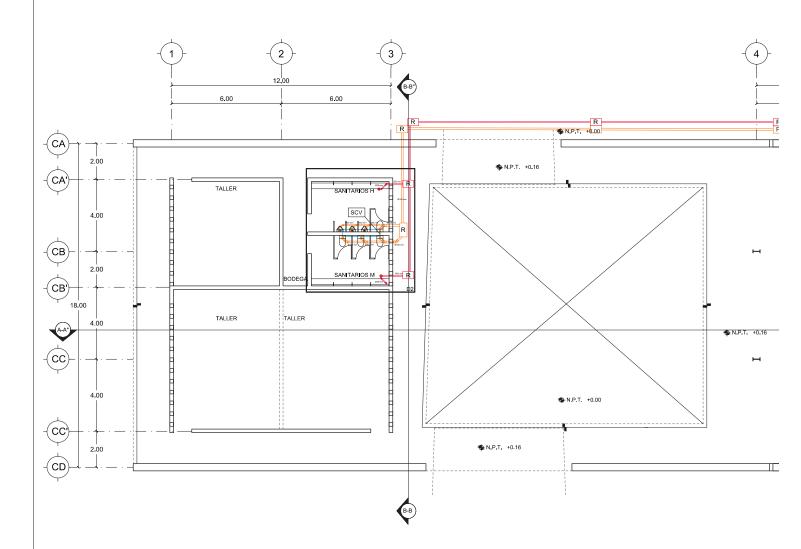

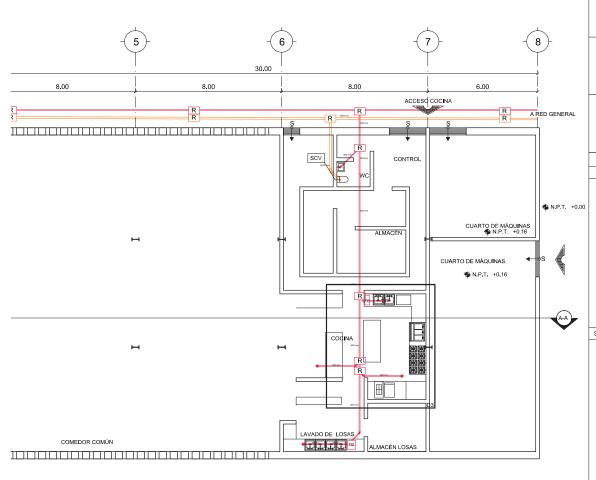

ALBERGUE PARA MIGRANTES

PROYECTO

BLANCO LÓPEZ ANDREA

MORA NIETO DANIELA

REVISÓ

ARQ. OSCAR ENRÍQUEZ ARQ. HARRIS LEE ARQ. EDUARDO SCHÜTTE

#### UNAM


FACULTAD DE ARQUITECTURA TALLER JORGE GONZÁLEZ REYNA

NORTE



HUEHUETOCA EDO. DE MÉXICO

AV. BENIGNO PÉREZ

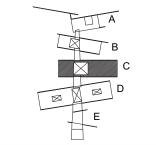

SIMBOLOGÍA

**RED- AGUAS NEGRAS** 

**RED- AGUAS JABONOSAS** 

VENTILACIÓN

CO COLADERA

SUBE COLUMNA DE VENTILACIÓN SCV

Ø50

BAJADA DE AGUAS NEGRAS BAN Ø100

BAJ BAJADA


DE AGUAS JABONOSAS Ø100


REGISTRO R

INSTALACIÓN SANITARIA EDIFICIO C

**IS-04** 

ESCALA 1:200

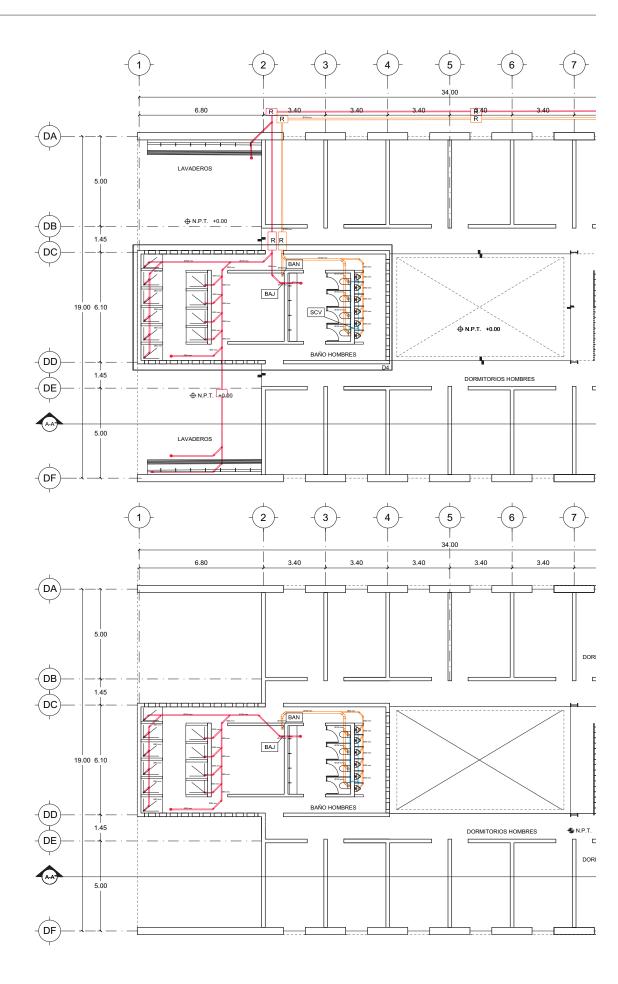

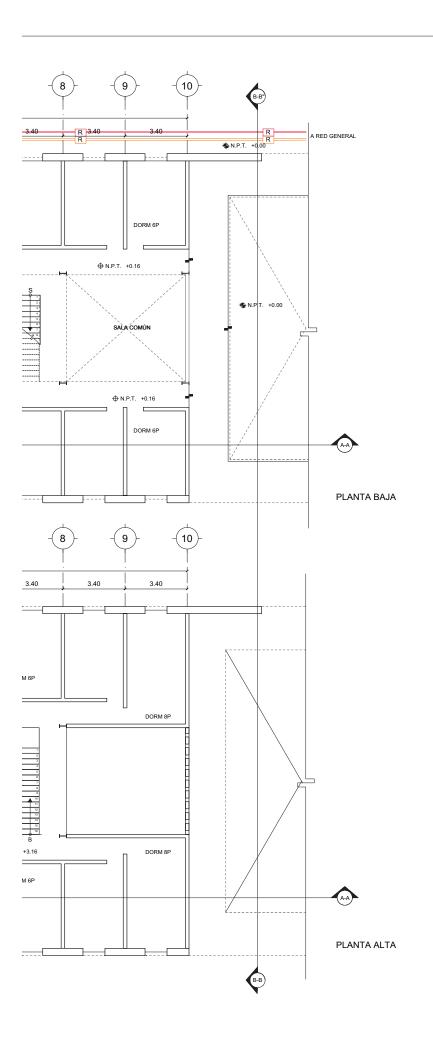

ALBERGUE PARA MIGRANTES

PROYECTO

BLANCO LÓPEZ ANDREA

MORA NIETO DANIELA

REVISÓ

ARQ. OSCAR ENRÍQUEZ ARQ. HARRIS LEE ARQ. EDUARDO SCHÜTTE

#### UNAM


FACULTAD DE ARQUITECTURA TALLER JORGE GONZÁLEZ REYNA

NORTE



HUEHUETOCA EDO. DE MÉXICO

AV. BENIGNO PÉREZ

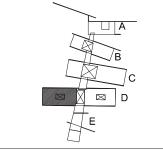

SIMBOLOGÍA

**RED- AGUAS NEGRAS** 

**RED- AGUAS JABONOSAS** 

VENTILACIÓN

CO COLADERA

SCV

SUBE COLUMNA DE VENTILACIÓN Ø50

BAN

BAJADA DE AGUAS NEGRAS Ø100

BAJ BAJADA

R

DE AGUAS JABONOSAS Ø100


REGISTRO


INSTALACIÓN SANITARIA **EDIFICIO D** 

DORMITORIO HOMBRES

**IS-05** 

ESCALA 1:200

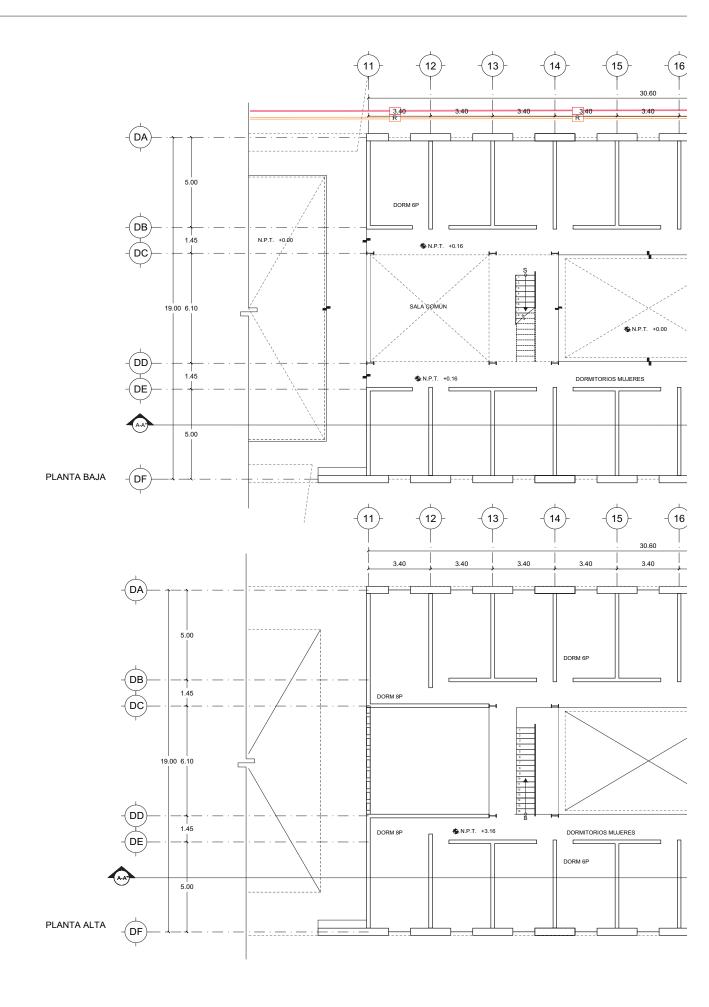

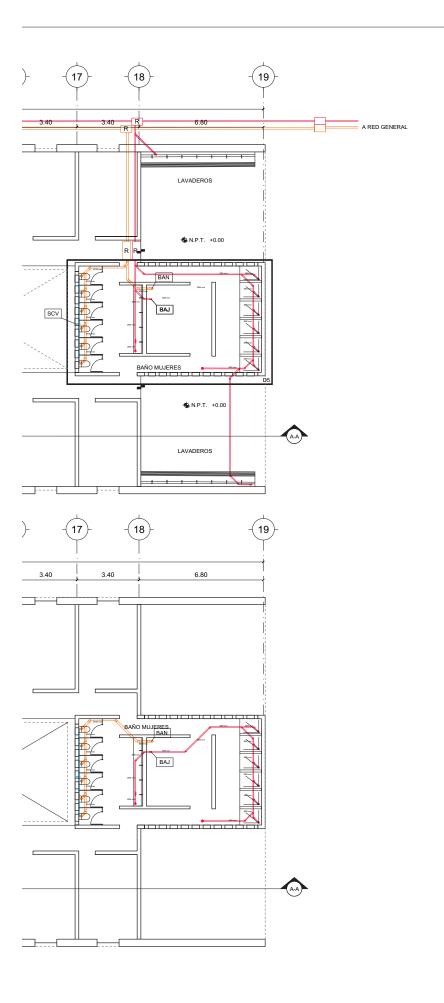

ALBERGUE PARA MIGRANTES

PROYECTO

BLANCO LÓPEZ ANDREA

MORA NIETO DANIELA

REVISÓ

ARQ. OSCAR ENRÍQUEZ ARQ. HARRIS LEE ARQ. EDUARDO SCHÜTTE

UNAM


FACULTAD DE ARQUITECTURA TALLER JORGE GONZÁLEZ REYNA

NORTE



HUEHUETOCA EDO. DE MÉXICO

AV. BENIGNO PÉREZ

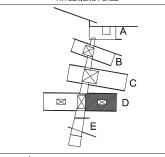

SIMBOLOGÍA

**RED- AGUAS NEGRAS** 

**RED- AGUAS JABONOSAS** 

VENTILACIÓN

COLADERA CO

SCV

SUBE COLUMNA DE VENTILACIÓN Ø50

BAN

BAJADA DE AGUAS NEGRAS Ø100

BAJ BAJADA

R

DE AGUAS JABONOSAS Ø100


REGISTRO


## INSTALACIÓN SANITARIA **EDIFICIO D**


DORMITORIO MUJERES


**IS-06** 

ESCALA 1:200

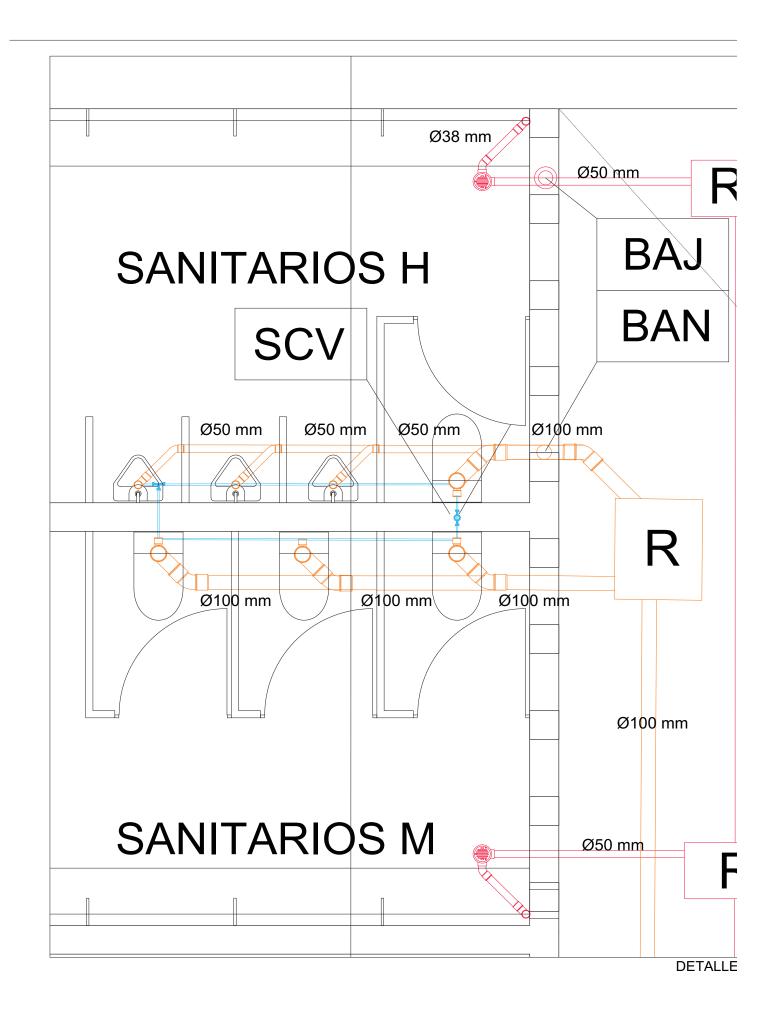


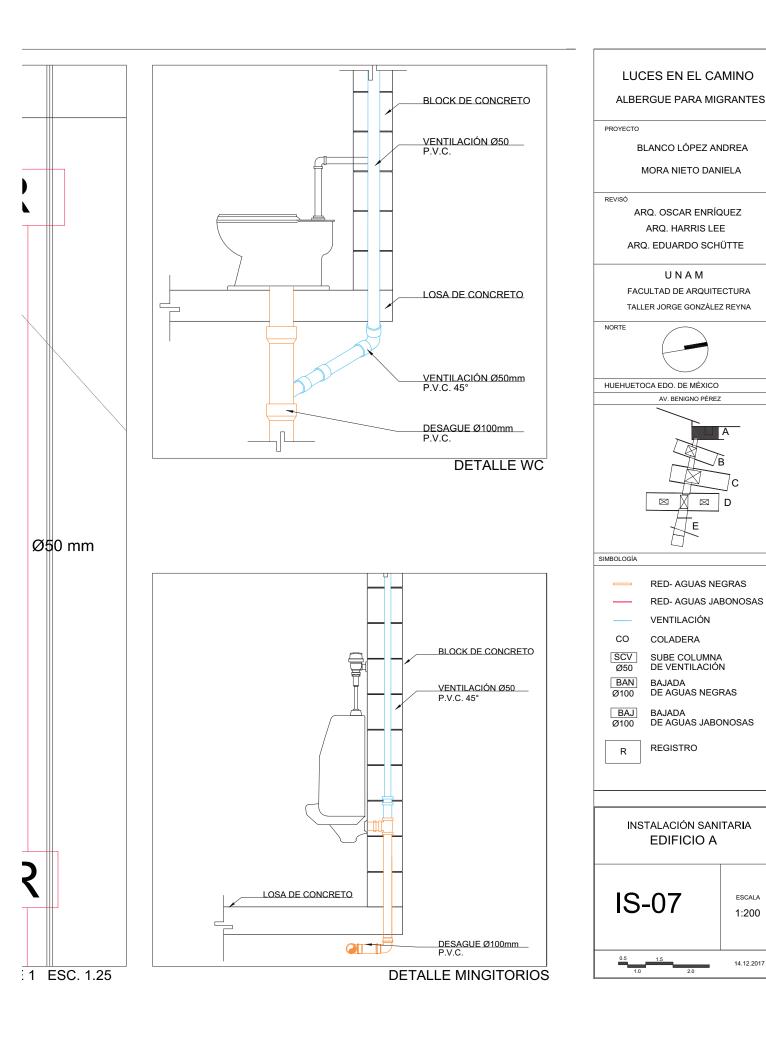


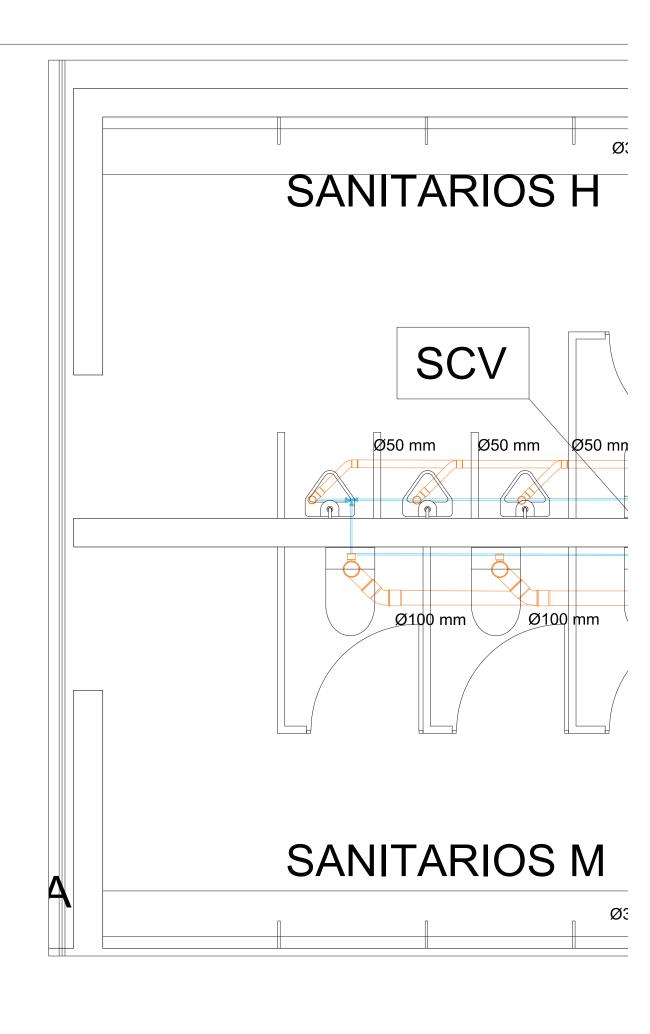

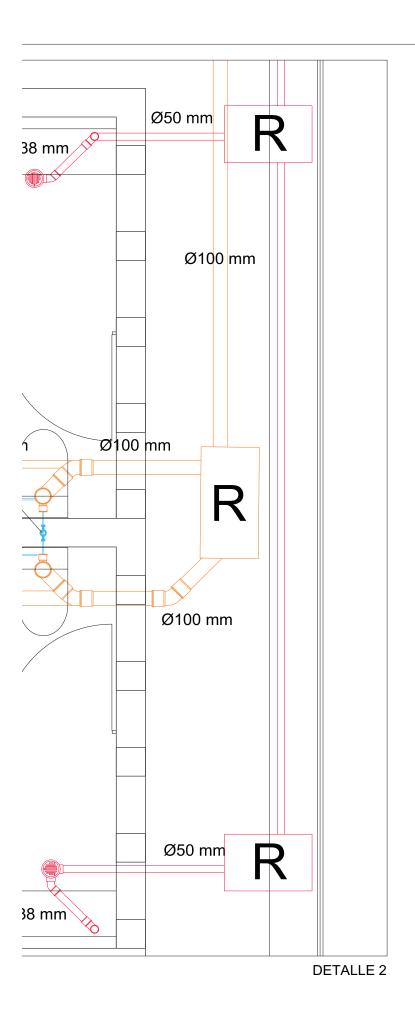


# LUCES EN EL CAMINO ALBERGUE PARA MIGRANTES PROYECTO BLANCO LÓPEZ ANDREA MORA NIETO DANIELA REVISÓ ARQ. OSCAR ENRÍQUEZ ARQ. HARRIS LEE ARQ. EDUARDO SCHÜTTE UNAM FACULTAD DE ARQUITECTURA TALLER JORGE GONZÁLEZ REYNA NORTE HUEHUETOCA EDO. DE MÉXICO AV. BENIGNO PÉREZ D $\boxtimes$ $\boxtimes$ Ε SIMBOLOGÍA **RED- AGUAS NEGRAS RED- AGUAS JABONOSAS** VENTILACIÓN СО COLADERA SCV SUBE COLUMNA DE VENTILACIÓN Ø50 BAJADA DE AGUAS NEGRAS BAN Ø100 BAJADA DE AGUAS JABONOSAS BAJ Ø100 REGISTRO R INSTALACIÓN SANITARIA **EDIFICIO A IS-08** ESCALA 1:200 14.12.2017

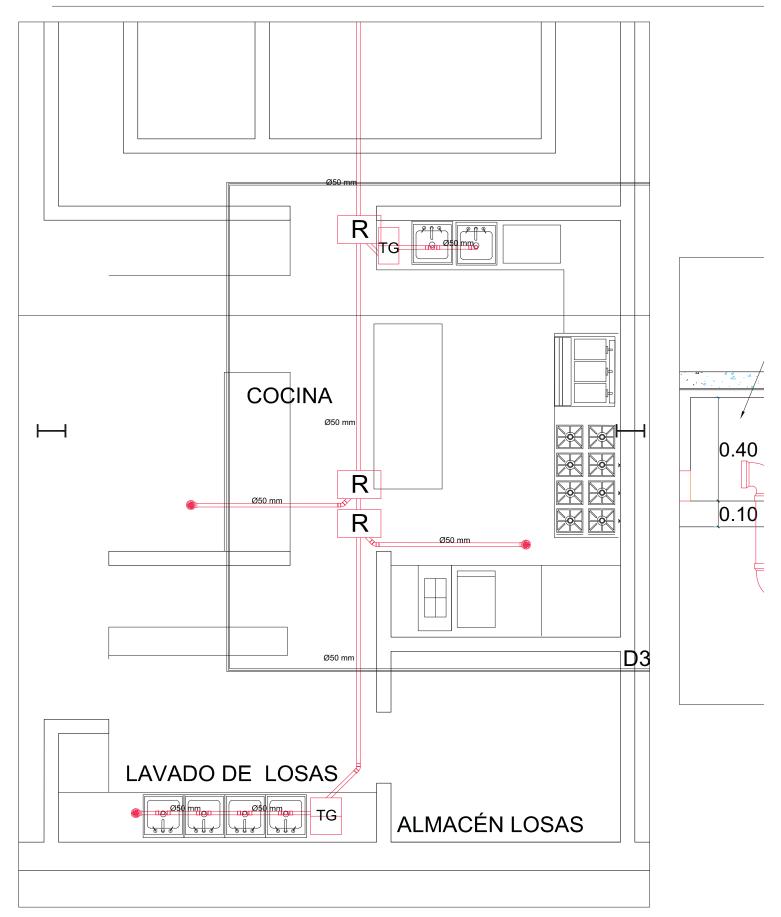


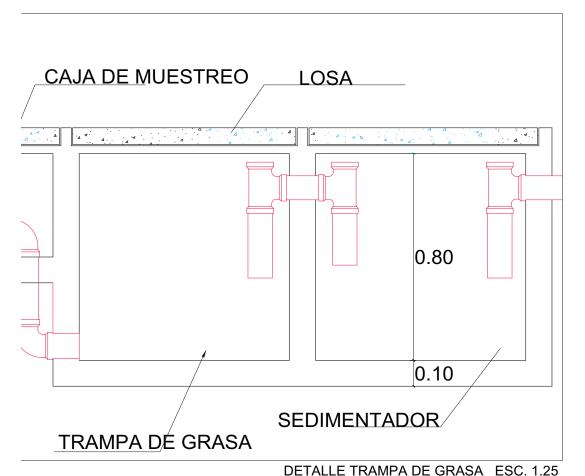


R INSTALACIÓN SANITARIA **EDIFICIO A IS-09** ESCALA 1:200 14.12.2017

LUCES EN EL CAMINO ALBERGUE PARA MIGRANTES PROYECTO BLANCO LÓPEZ ANDREA MORA NIETO DANIELA REVISÓ ARQ. OSCAR ENRÍQUEZ ARQ. HARRIS LEE ARQ. EDUARDO SCHÜTTE UNAM FACULTAD DE ARQUITECTURA TALLER JORGE GONZÁLEZ REYNA NORTE HUEHUETOCA EDO. DE MÉXICO AV. BENIGNO PÉREZ  $\boxtimes$ SIMBOLOGÍA **RED- AGUAS NEGRAS RED- AGUAS JABONOSAS** VENTILACIÓN CO COLADERA SCV SUBE COLUMNA Ø50 DE VENTILACIÓN BAN BAJADA DE AGUAS NEGRAS Ø100 BAJ BAJADA DE AGUAS JABONOSAS Ø100 REGISTRO

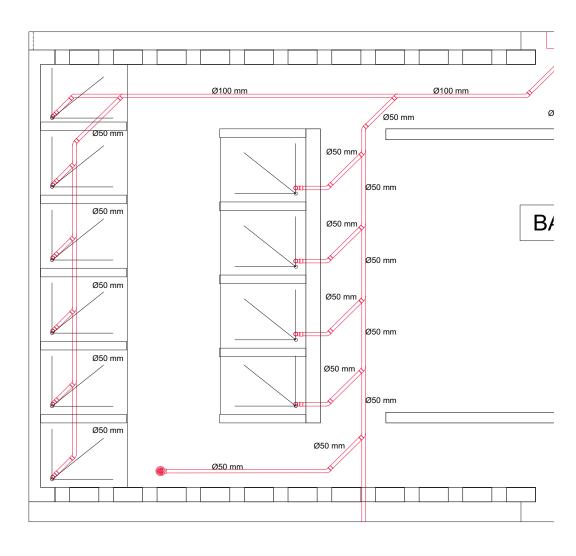


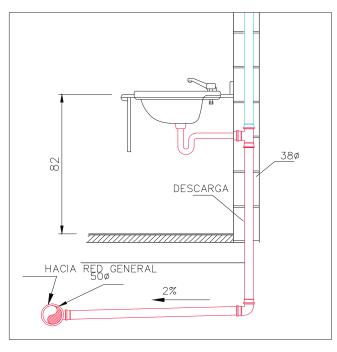


**DETALLE LAVABOS** 

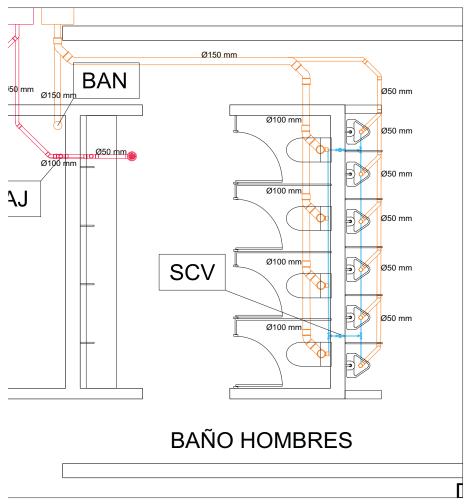



DETALLE 4 ESC. 1.50

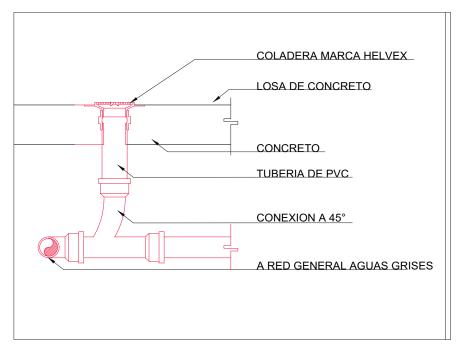



**DETALLE COLADERA** 

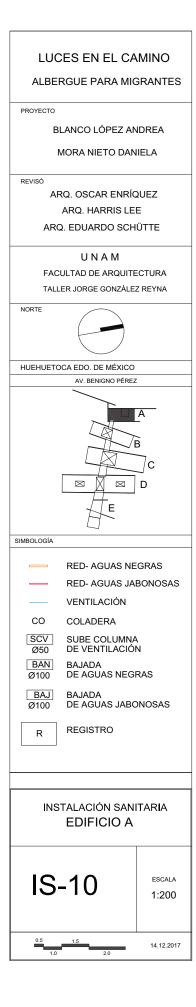


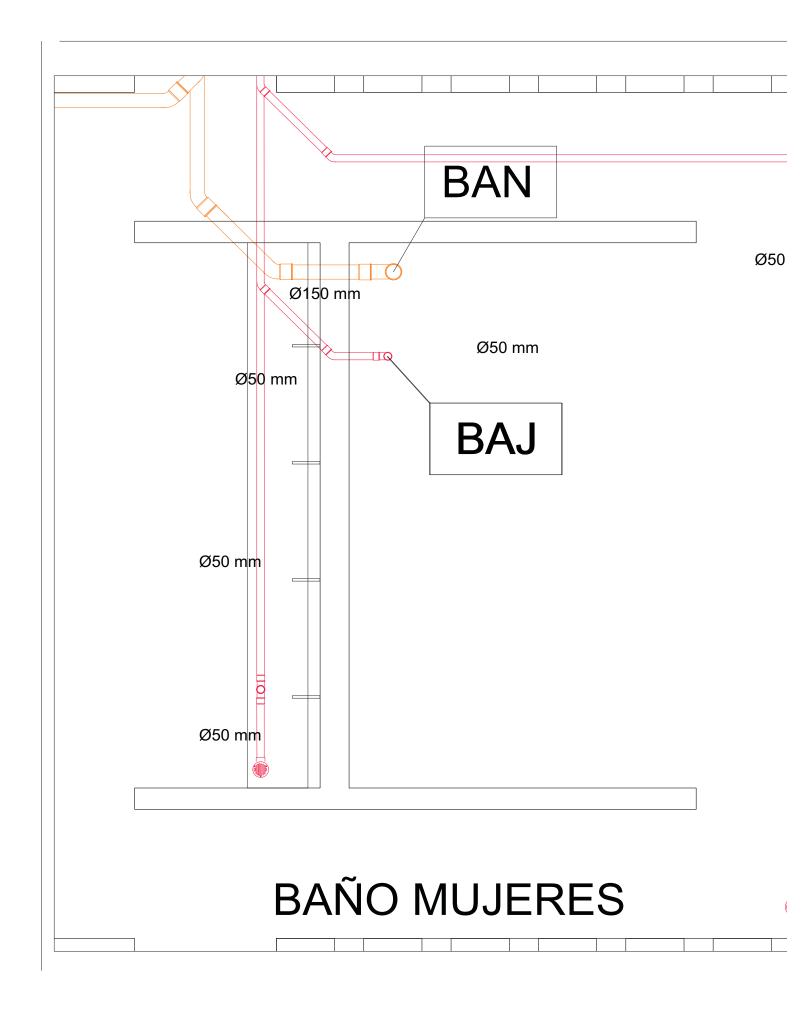

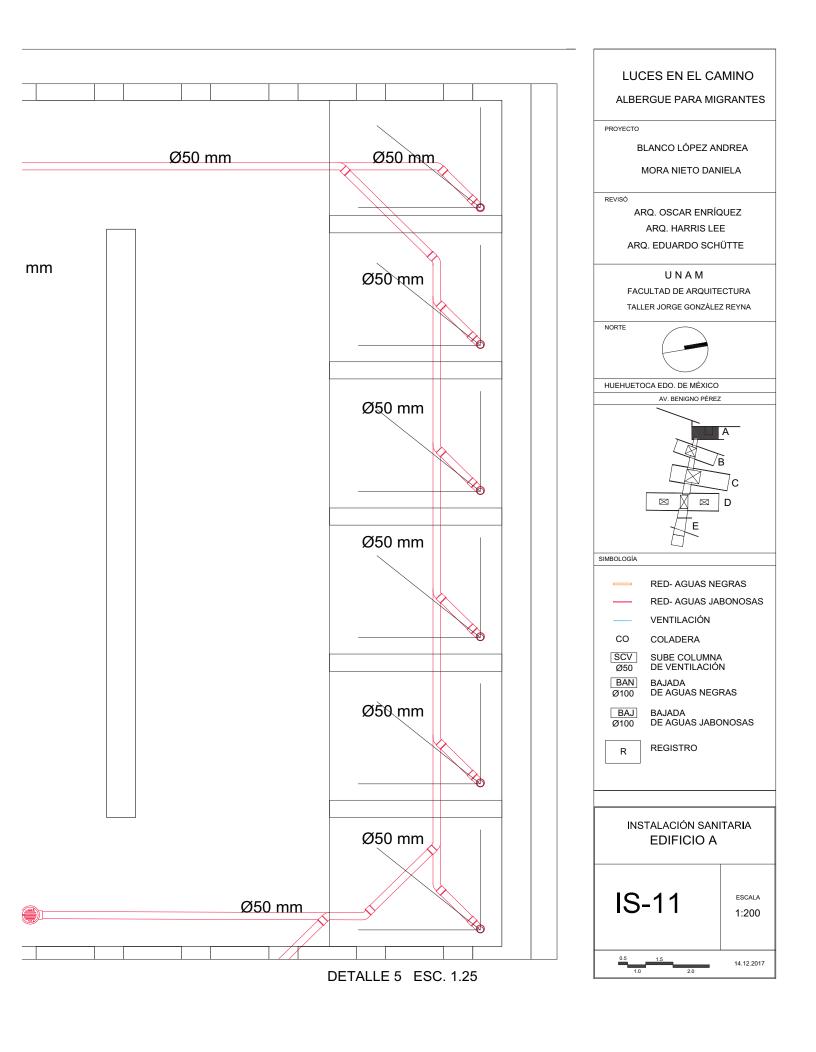

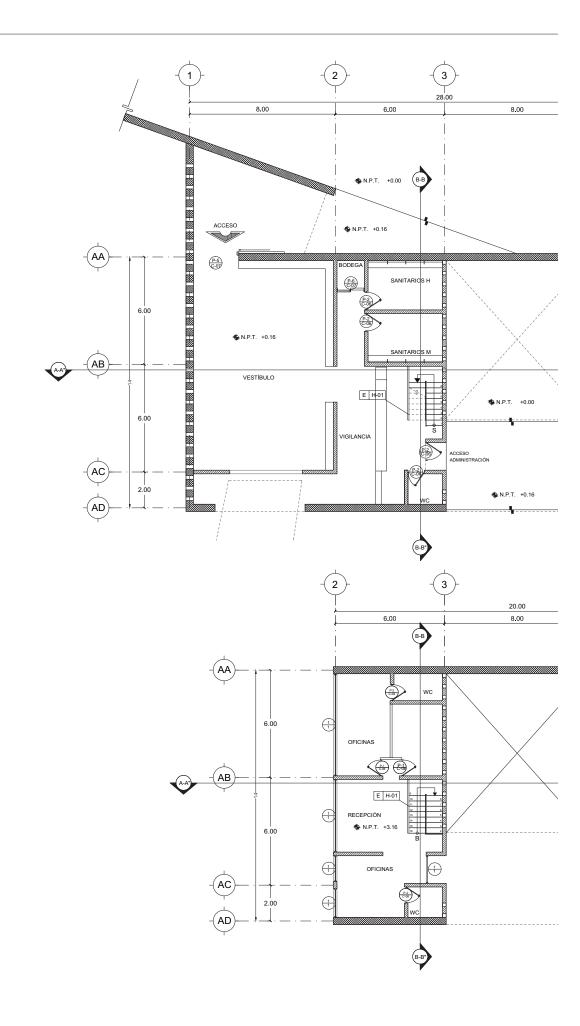

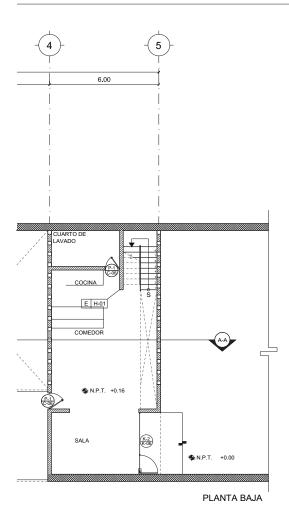

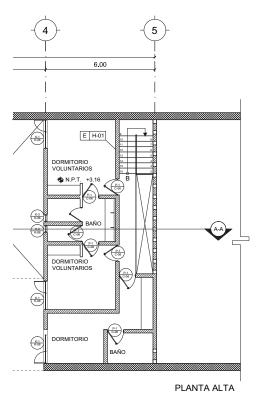

CLAVE	MATERIAL	DIM.	MARCO	ABAT.	HERRAJE	CANTIDAD
P-01	MADERA TAMBOR	0.90	MADERA	IZQ.	MANIJA L016	4
P-01	MADERA TAMBOR	0.90	MADERA	DER.	MANIJA L016	9
P-02	MADERA TAMBOR	0.90	MADERA	IZQ.	JALADERA INOX	9
P-02	MADERA TAMBOR	0.90	MADERA	DER.	JALADERA INOX	3
P-05	MADERA CORREDIZA	2.50	MADERA	CORR.	JALADERA	1
P-06	LOUVRE	1.50	LOUVRE	MIX.	MANIJA L016	1

ALBERGUE PARA MIGRANTES

PROYECTO

BLANCO LÓPEZ ANDREA

MORA NIETO DANIELA

REVISÓ

ARQ. OSCAR ENRÍQUEZ ARQ. HARRIS LEE ARQ. EDUARDO SCHÜTTE

U N A M


FACULTAD DE ARQUITECTURA

TALLER JORGE GONZÁLEZ REYNA



HUEHUETOCA EDO. DE MÉXICO

AV. BENIGNO PÉREZ

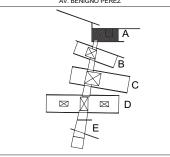

SIMBOLOGÍA





CARPINTERÍA / CANCELERÍA / HERRERÍA EDIFICIO A

C/K/H-01

1:200

0.5 1.5 14.12.2017

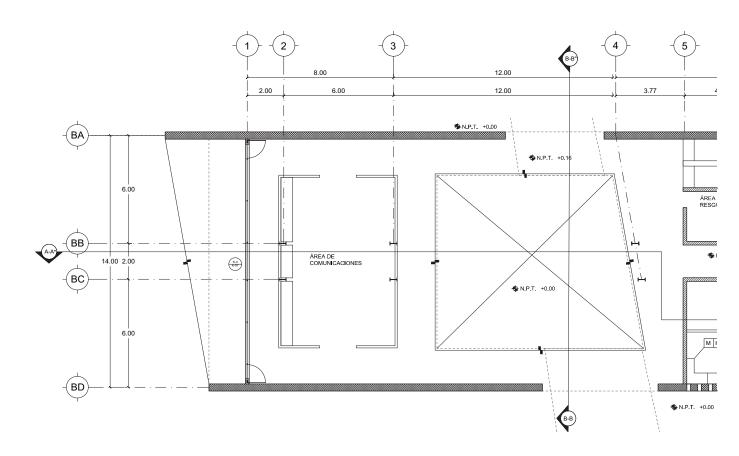

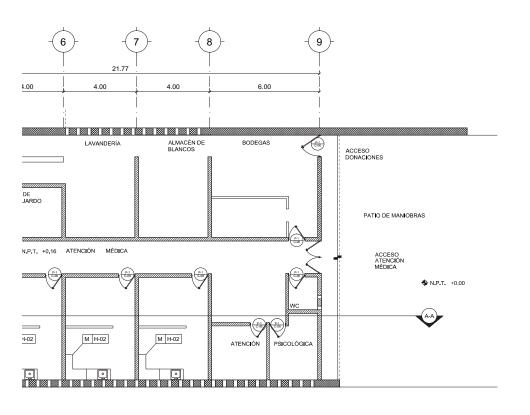

CLAVE	MATERIAL	DIM.	MARCO	ABAT.	HERRAJE	CANTIDAD
P-01	MADERA TAMBOR	0.90	MADERA	IZQ.	MANIJA L016	6
P-01	MADERA TAMBOR	0.90	MADERA	DER.	MANIJA L016	2

ALBERGUE PARA MIGRANTES

PROYECTO

BLANCO LÓPEZ ANDREA

MORA NIETO DANIELA

REVISÓ

ARQ. OSCAR ENRÍQUEZ ARQ. HARRIS LEE ARQ. EDUARDO SCHÜTTE

### UNAM


FACULTAD DE ARQUITECTURA TALLER JORGE GONZÁLEZ REYNA





HUEHUETOCA EDO. DE MÉXICO

AV. BENIGNO PÉREZ

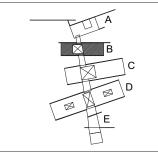

SIMBOLOGÍA




CARPINTERÍA / CANCELERÍA / HERRERÍA EDIFICIO B


C/K/H-02

1:200

1.0 2.0

14.12.2017

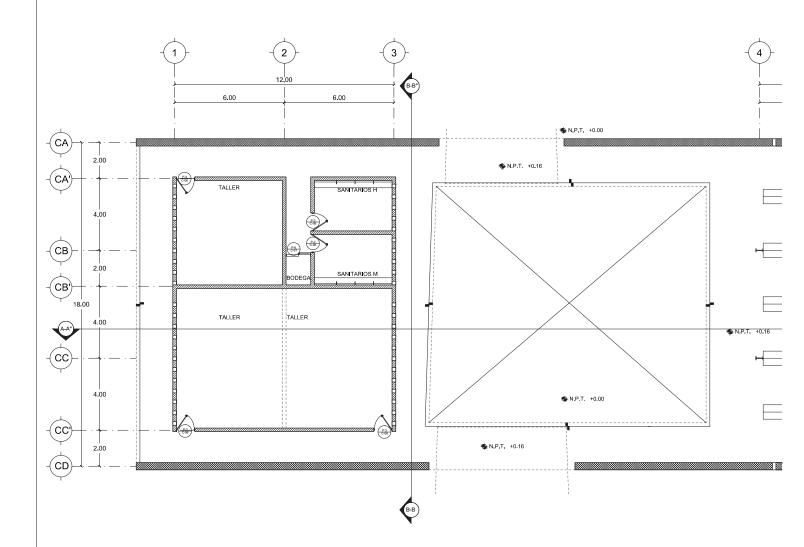

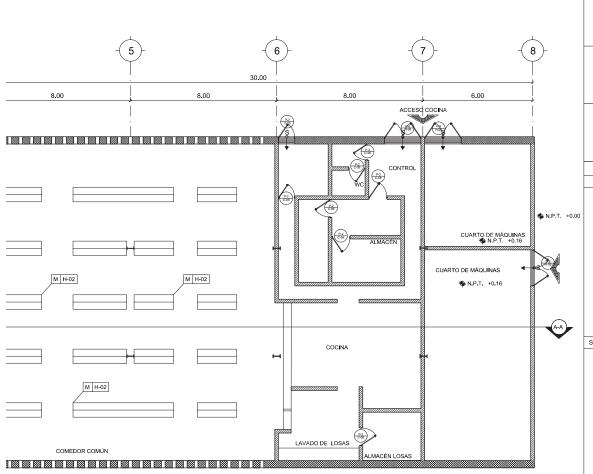

CLAVE	MATERIAL	DIM.	MARCO	ABAT.	HERRAJE	CANTIDAD
P-02	MADERA TAMBOR	0.90	MADERA	IZQ.	JALADERA INOX	7
P-02	MADERA TAMBOR	0.90	MADERA	DER.	JALADERA INOX	4
P-03	MADERA TAMBOR	1.00	MADERA	DER.	JALADERA	2
P-03	MADERA TAMBOR	1.00	MADERA	DER.	JALADERA	1
P-06	LOUVRE	1.50	LOUVRE	MIX.	MANIJA L016	1
P-08	HERRERÍA	1.60	HERRERÍA		MANIJA EFIEL	3

ALBERGUE PARA MIGRANTES

PROYECTO

BLANCO LÓPEZ ANDREA

MORA NIETO DANIELA

REVISÓ

ARQ. OSCAR ENRÍQUEZ ARQ. HARRIS LEE ARQ. EDUARDO SCHÜTTE


### UNAM

FACULTAD DE ARQUITECTURA
TALLER JORGE GONZÁLEZ REYNA



HUEHUETOCA EDO. DE MÉXICO

AV. BENIGNO PÉREZ

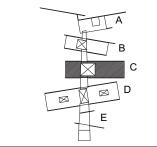

SIMBOLOGÍA





CARPINTERÍA / CANCELERÍA / HERRERÍA EDIFICIO C


C/K/H-03


1:200

1.5

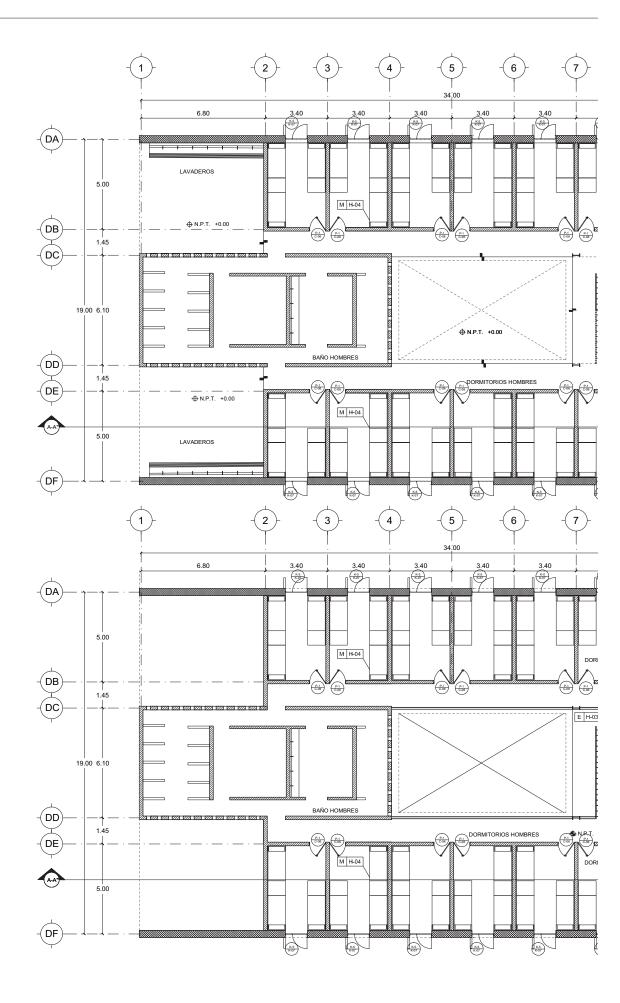


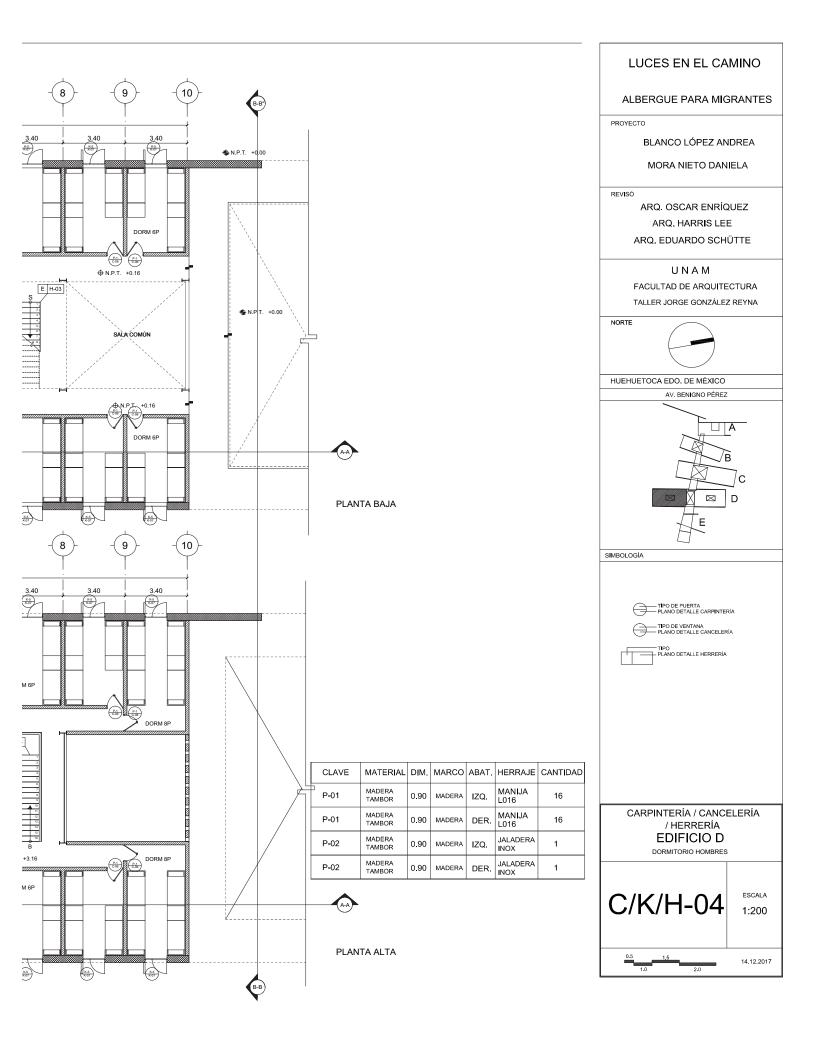

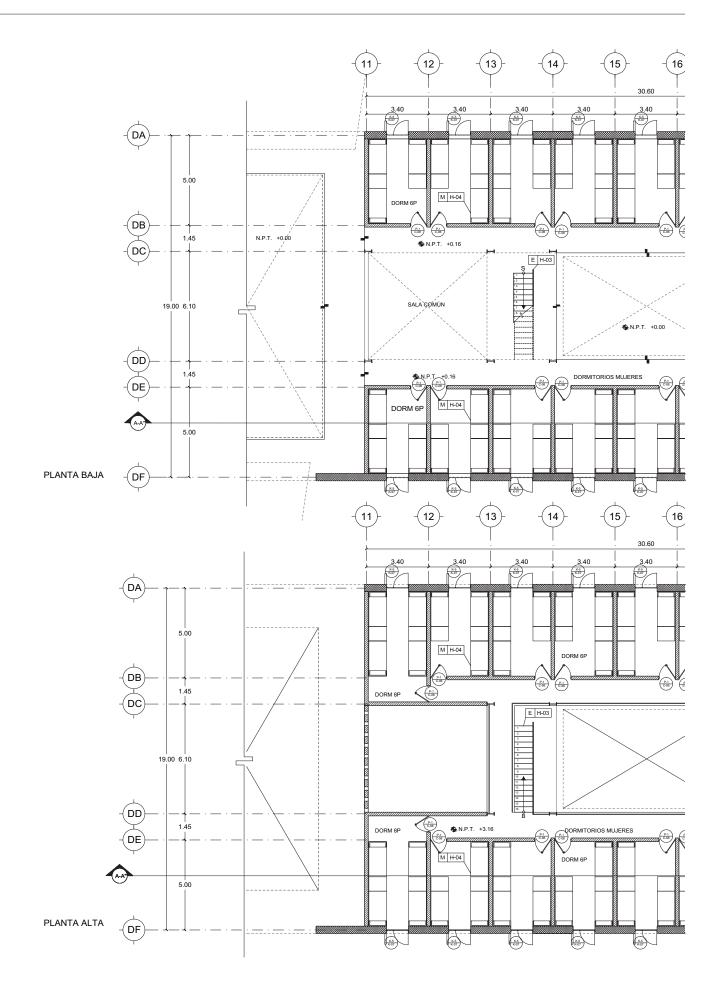

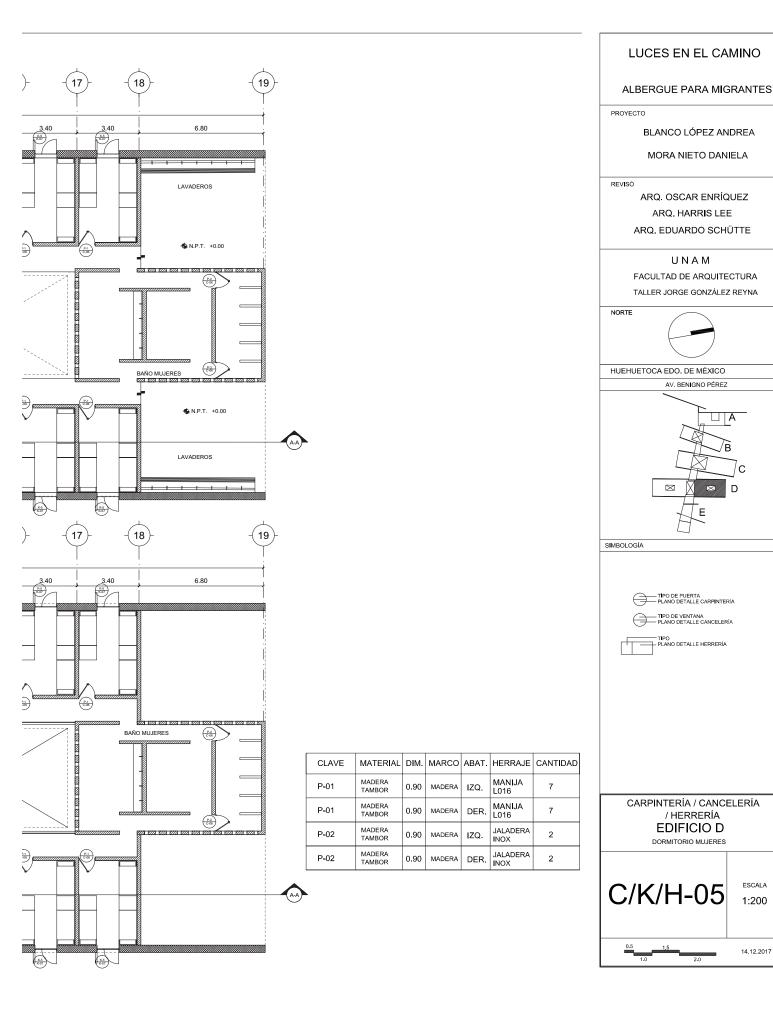


Esc. 1:50

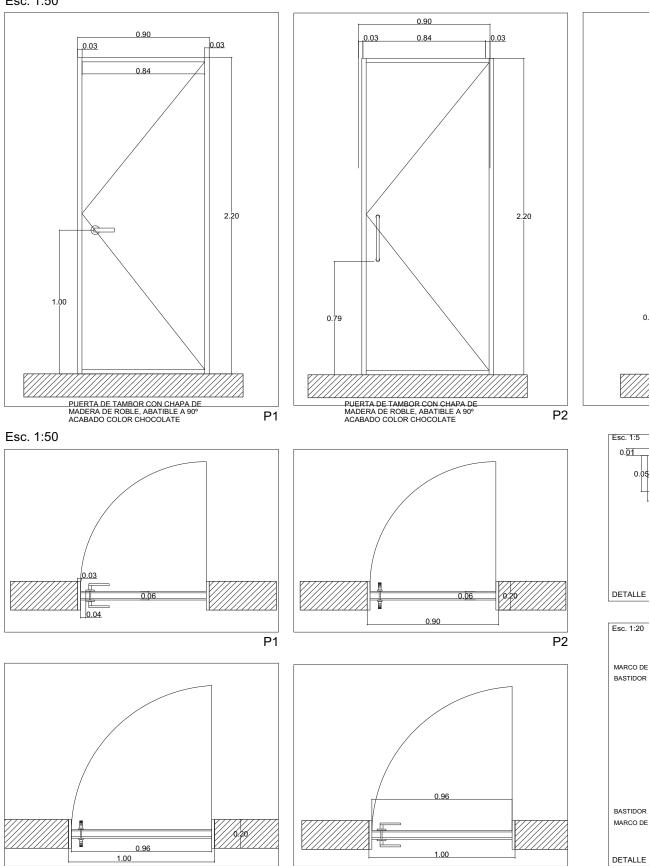

Р3

0.

P4

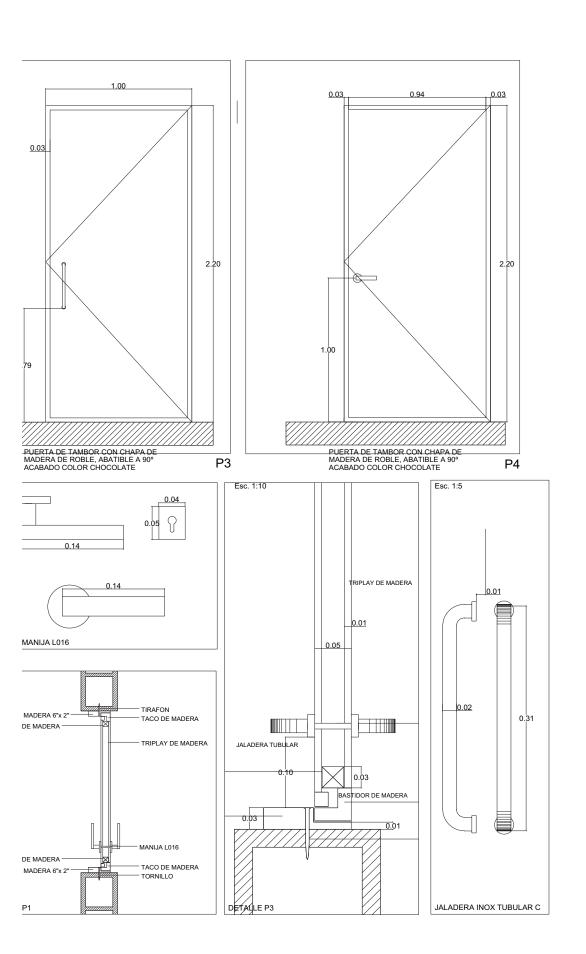

ALBERGUE PARA MIGRANTES


PROYECTO

BLANCO LÓPEZ ANDREA MORA NIETO DANIELA

REVISÓ


ARQ. OSCAR ENRÍQUEZ ARQ. HARRIS LEE ARQ. EDUARDO SCHÜTTE

UNAM FACULTAD DE ARQUITECTURA TALLER JORGE GONZÁLEZ REYNA

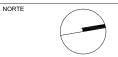

HUEHUETOCA EDO. DE MÉXICO

AV. BENIGNO PÉREZ

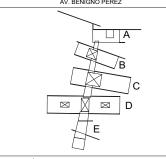


SIMBOLOGÍA


PUERTAS DE TAMBOR CON CHAPA DE MADERA DE ROBLE, ABATIBLE A 90° ACABADO COLOR CHOCOLATE


### **DETALLES PUERTAS**

ESCALA 1:25


14.12.2017

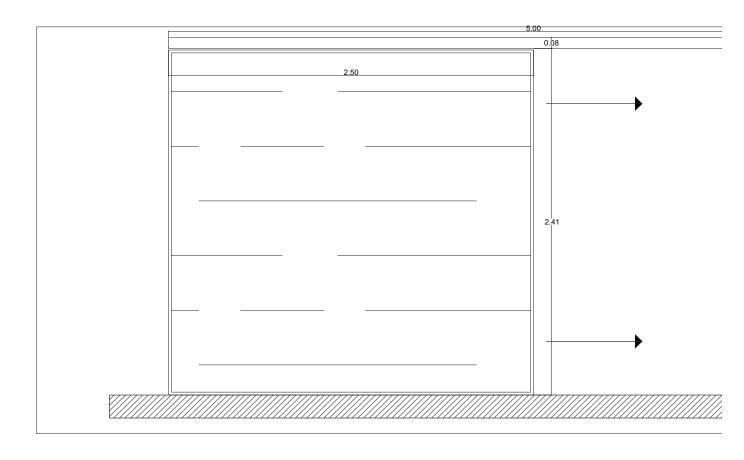


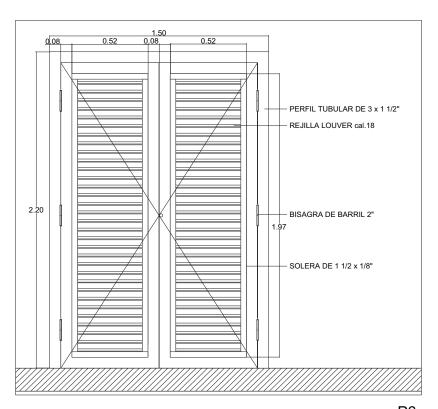


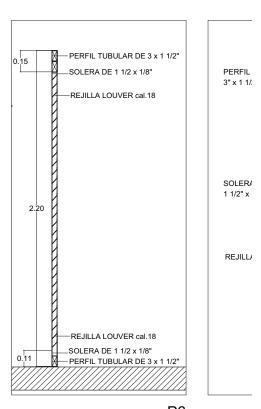



ALZADO P6 DET/

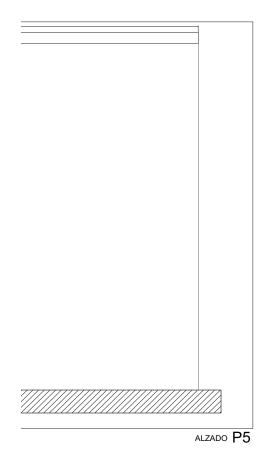

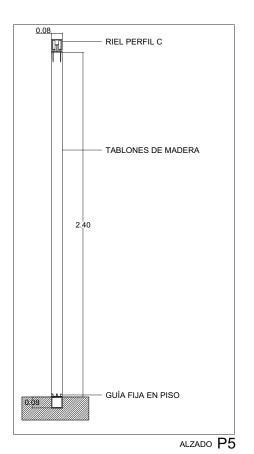

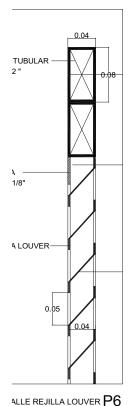


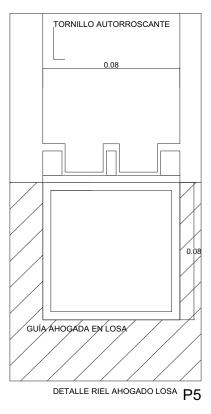


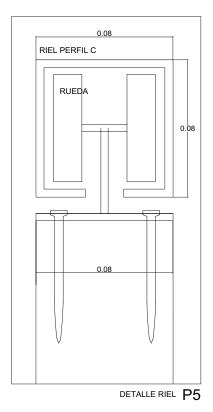



## LUCES EN EL CAMINO ALBERGUE PARA MIGRANTES PROYECTO BLANCO LÓPEZ ANDREA MORA NIETO DANIELA REVISÓ ARQ. OSCAR ENRÍQUEZ ARQ. HARRIS LEE ARQ. EDUARDO SCHÜTTE UNAM FACULTAD DE ARQUITECTURA TALLER JORGE GONZÁLEZ REYNA NORTE HUEHUETOCA EDO. DE MÉXICO AV. BENIGNO PÉREZ $\boxtimes$ $\boxtimes$ SIMBOLOGÍA **DETALLES CARPINTERÍA** ESCALA 1:25


14.12.2017

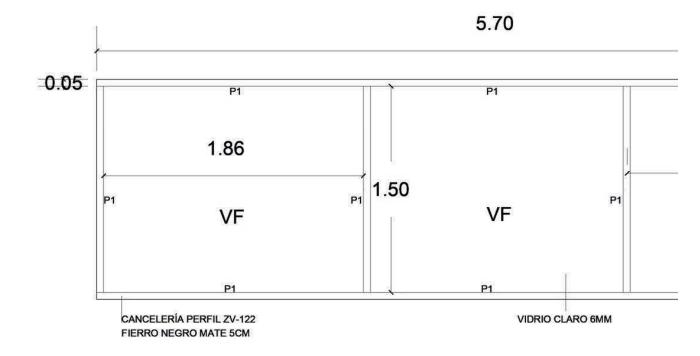


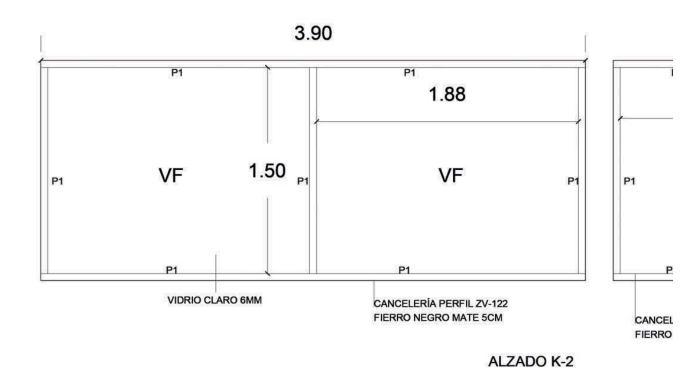


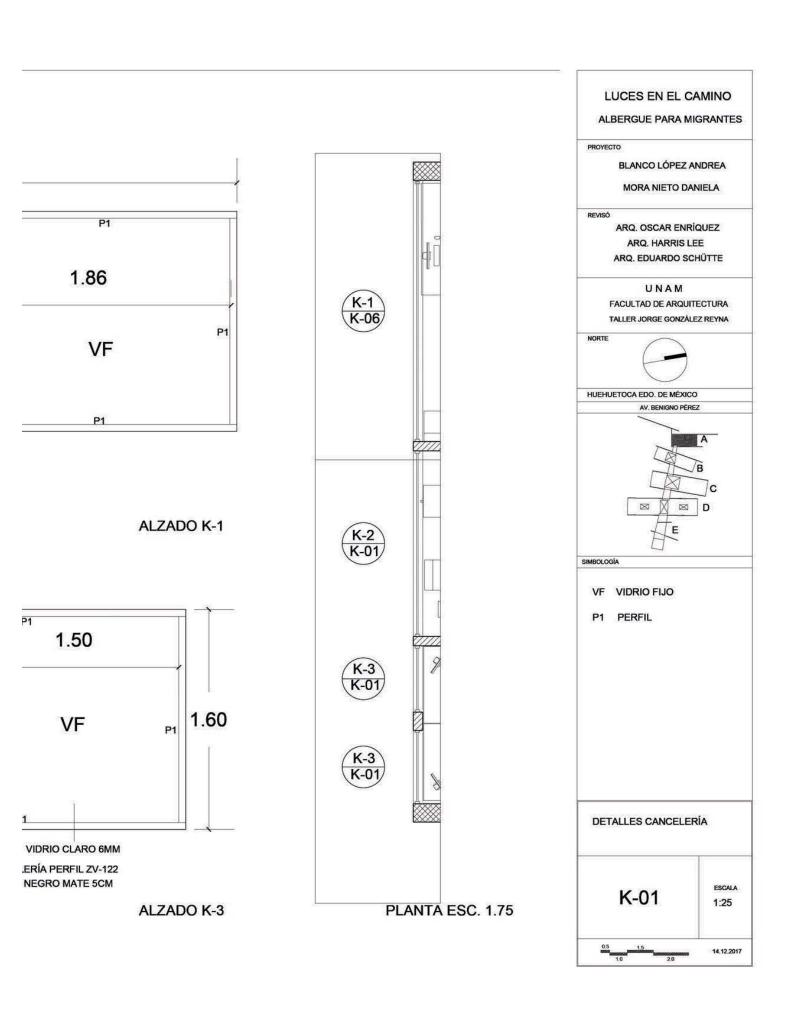


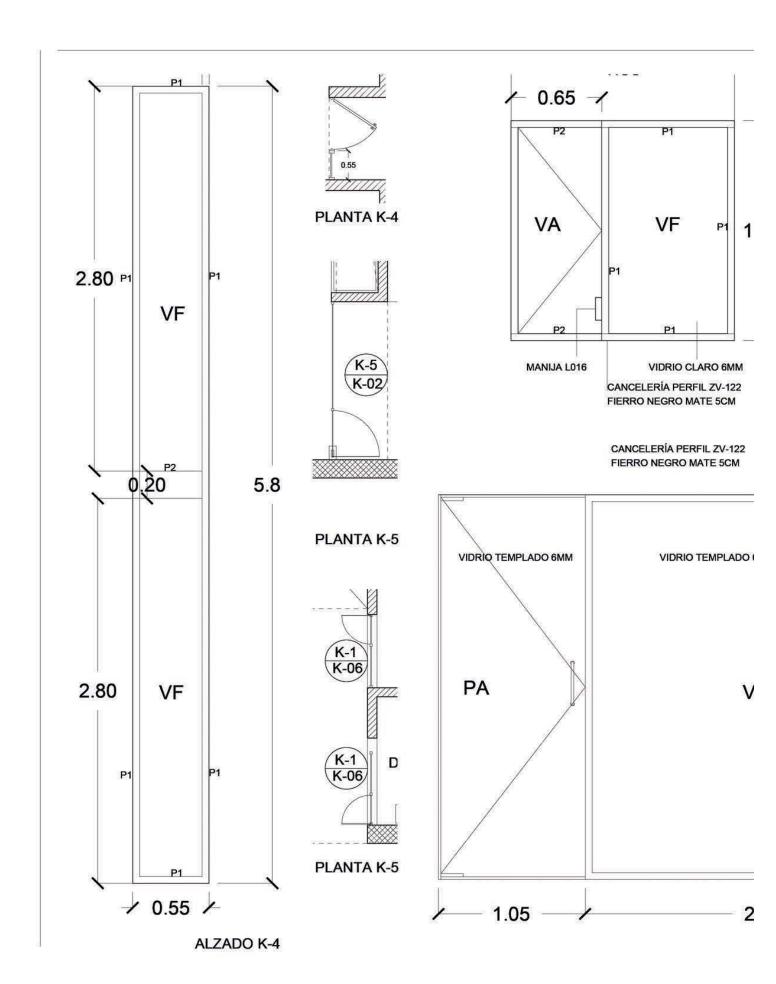


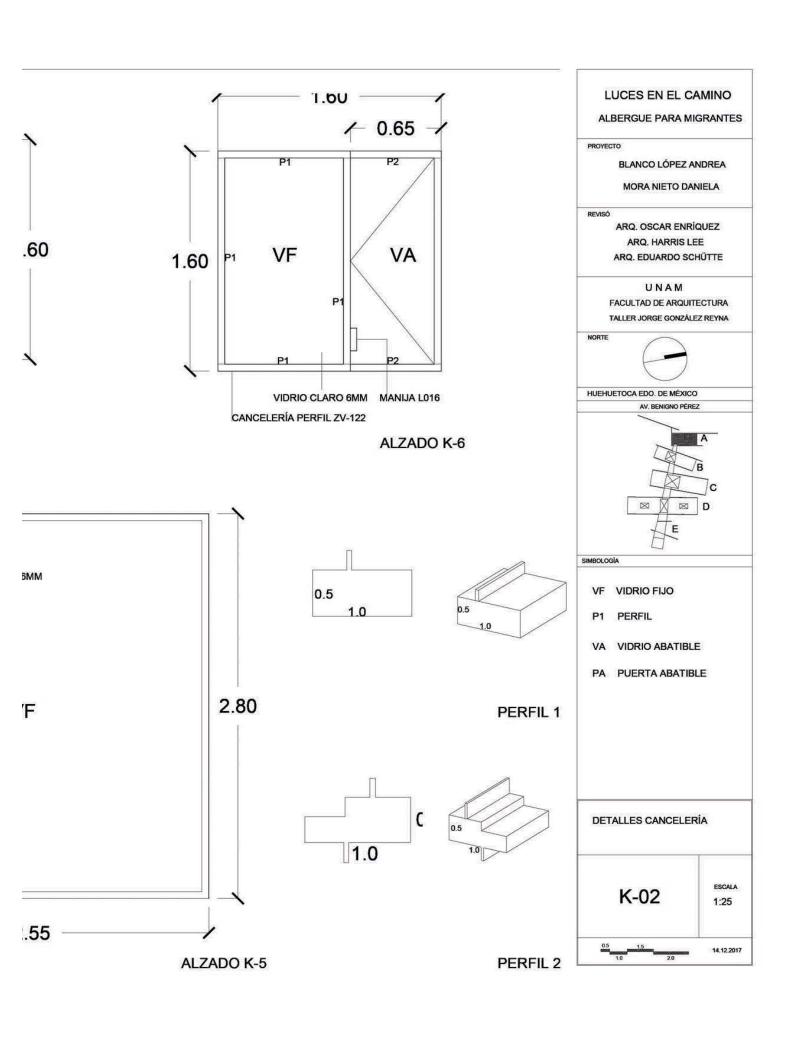

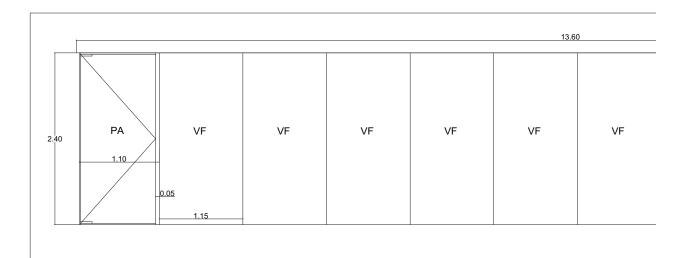


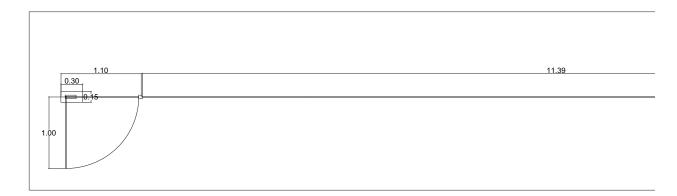

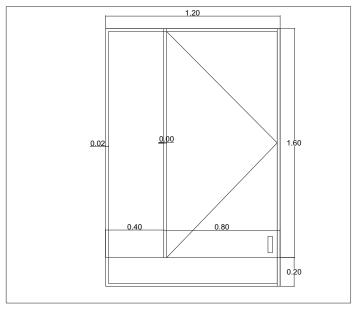


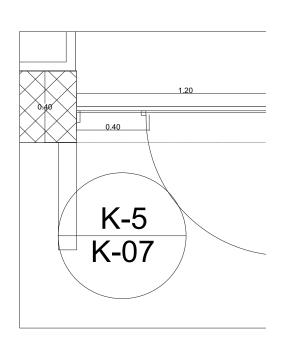


ALZADO K-8

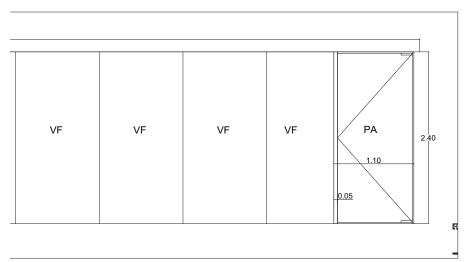


ALZADO K-4

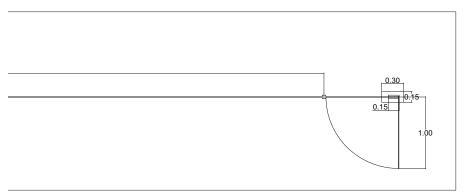

PLANTA K-4

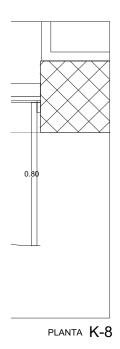

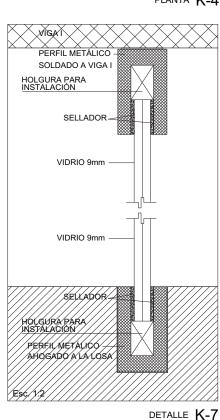

LUCES EN EL CAMINO
ALBERGUE PARA MIGRANTES

PROYECTO
BLANCO LÓPEZ ANDREA
MORA NIETO DANIELA

REVISÓ

ARQ. OSCAR ENRÍQUEZ

ARQ. HARRIS LEE


ARQ. EDUARDO SCHÜTTE

U N A M

FACULTAD DE ARQUITECTURA

TALLER JORGE GONZÁLEZ REYNA



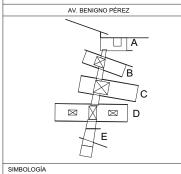



VF VIDRIO FIJO
P1 PERFÍL
VA VIDRIO ABATIBLE

PA PUERTA ABATIBLE




0.5 1.5 14.12.2017

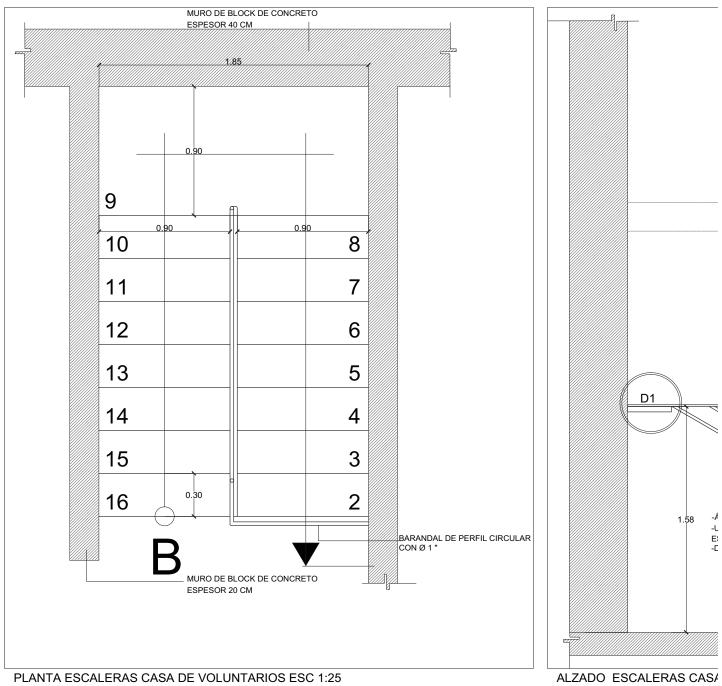

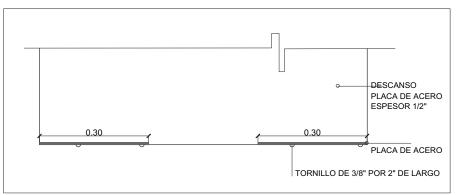


DETALLE DEL DESCANSO EN PLANTA ESC 1:10

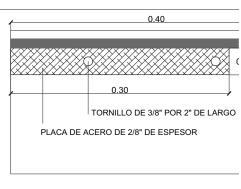



DETALLE DEL DESCANSO EN ALZADO

# -ESCALÓN DE PLACA DE ACERO. -DIMENSIÓN: 12" CON ESPESOR DE 1/2". 2.80 NGULO DE ACERO SOLDADO. JNIÓN ENTRE PERFÍL IPR ESTRCTURAL SCALÓN. DIMENSIÓN: 17.65 MM -PERFÍL IPR DE ACERO . -DIMENSIÓN: 6X4"

### **\ DE VOLUNTARIOS ESC 1:25**

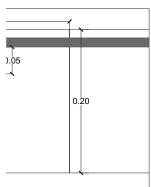

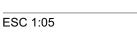

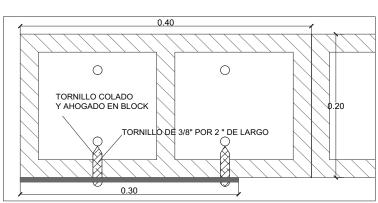

DETALLE DEL DESCANSO EN PLANTA ESC 1:05

### LUCES EN EL CAMINO

ALBERGUE PARA MIGRANTES

PROYECTO

BLANCO LÓPEZ ANDREA

MORA NIETO DANIELA

REVISÓ


ARQ. OSCAR ENRÍQUEZ ARQ. HARRIS LEE ARQ. EDUARDO SCHÜTTE

UNAM FACULTAD DE ARQUITECTURA TALLER JORGE GONZÁLEZ REYNA



HUEHUETOCA EDO. DE MÉXICO



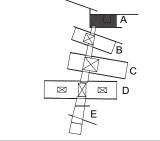


SIMBOLOGÍA

NOTAS


-LAS ESCALERAS DE ADMINISTRACIÓN Y LA CASA DE VOLUNTARIOS SON IGUALES.


> **DETALLES HERRERÍA EDIFICIO A**


ESCALA H-01 14.12.2017

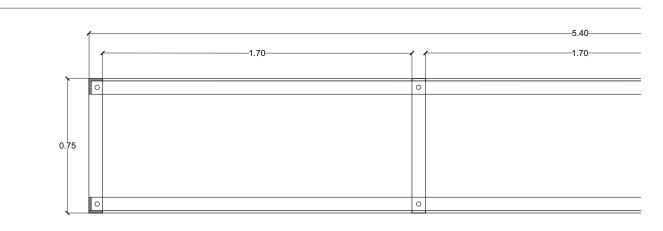



### PLANTA DE BASTIDOR DE MESA GRANDE ESC 1:20

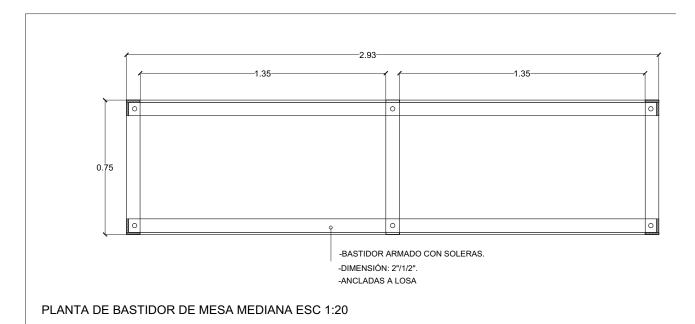


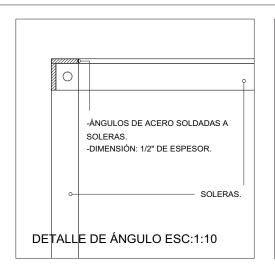

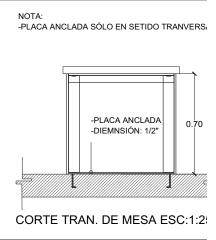

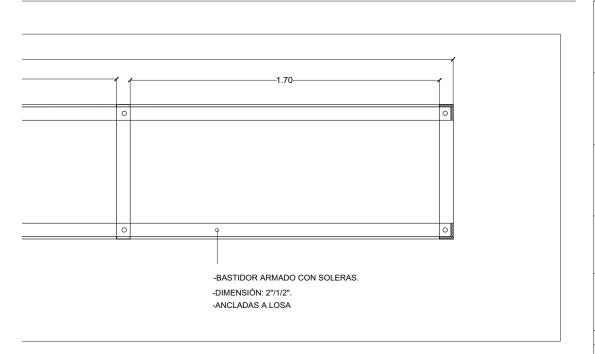

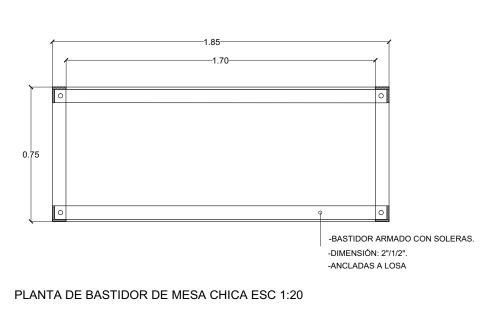

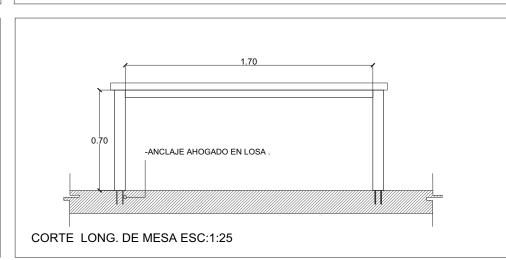

ALBERGUE PARA MIGRANTES

PROYECTO

BLANCO LÓPEZ ANDREA

MORA NIETO DANIELA

REVISÓ

ARQ. OSCAR ENRÍQUEZ ARQ. HARRIS LEE ARQ. EDUARDO SCHÜTTE


U N A M

FACULTAD DE ARQUITECTURA

TALLER JORGE GONZÁLEZ REYNA

NORTE

HUEHUETOCA EDO. DE MÉXICO

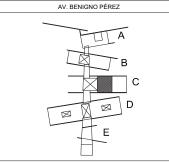

SIMBOLOGÍA

NOTAS

TODAS LAS MESAS DEL COMEDOR SON ARMADAS CON LAS MISMAS ESPECIFICACIONES.

DETALLES HERRERÍA EDIFICIO C


H-02

ESCALA


1.5 14.12.2017

5


AL.

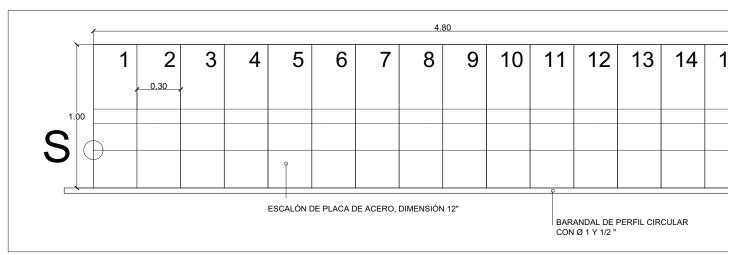


### PLANTA ESCALERAS EDIFICIO DORMITORIOS ESC 1:25

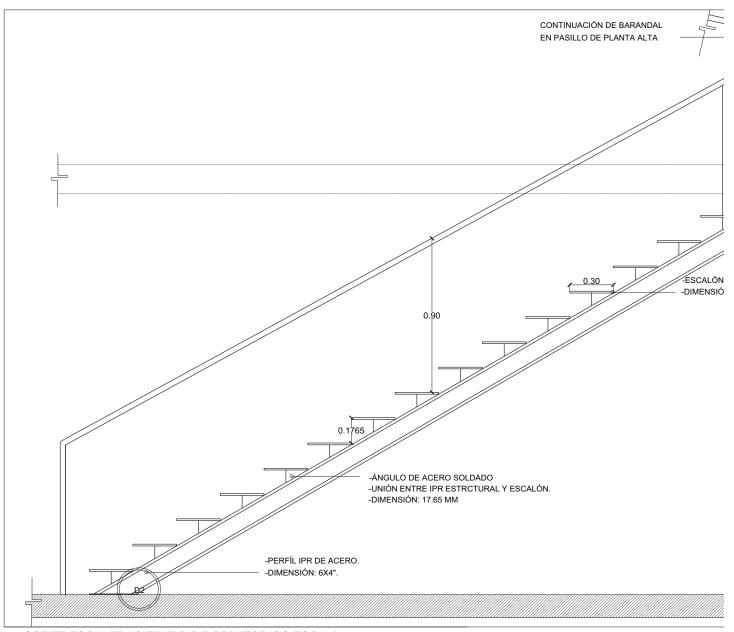


CORTE ESCALERAS EDIFICIO DORMITORIOS ESC 1:25

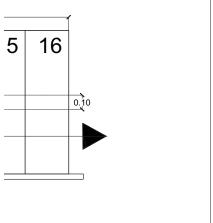

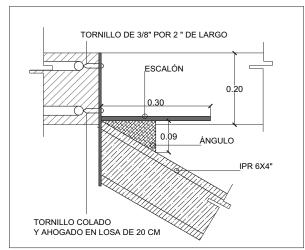


DETALLE 1 UNIÓN ESCALERAS A LOSA ESC1:10

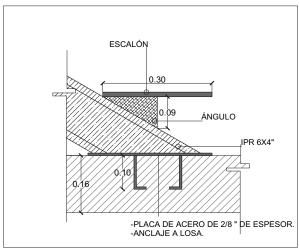

DETALLE 2 UNIÓN ESCALERAS A LOSA ESC1:10



DE PLACA DE ACERO. N: 12" CON ESPESOR DE 1/2" 2.80

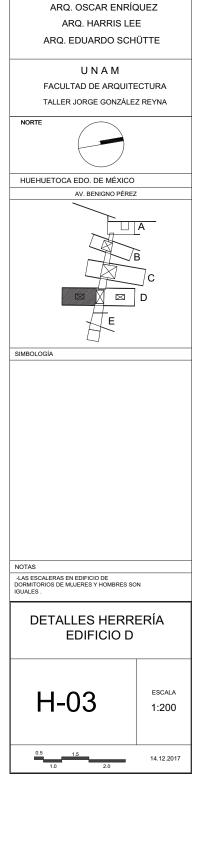


ALBERGUE PARA MIGRANTES


BLANCO LÓPEZ ANDREA


MORA NIETO DANIELA


PROYECTO


REVISÓ

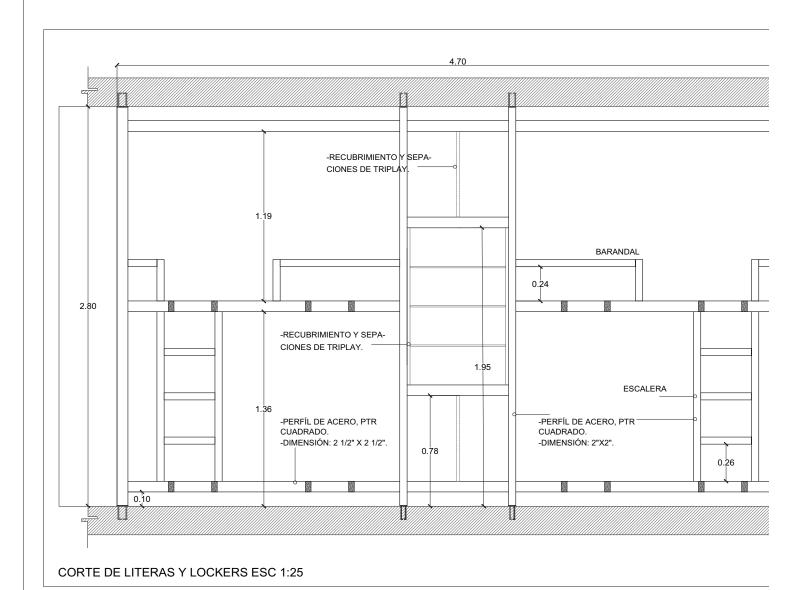


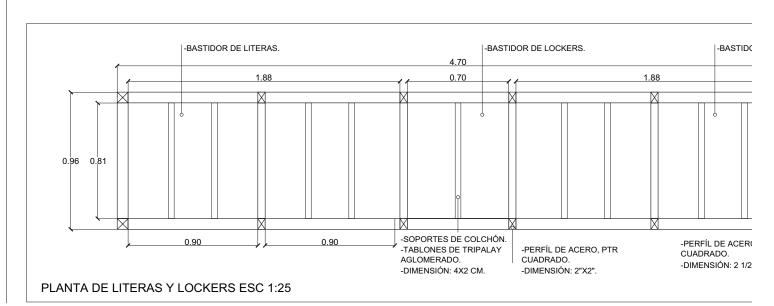


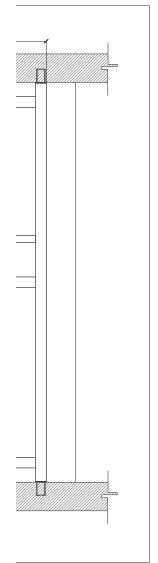

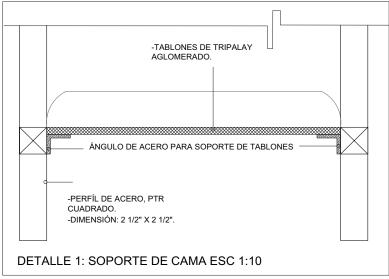

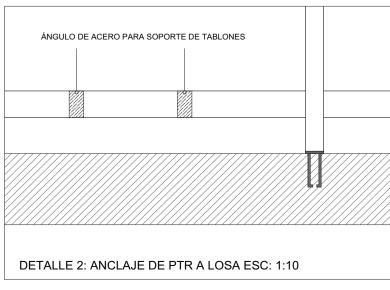

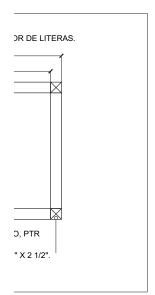

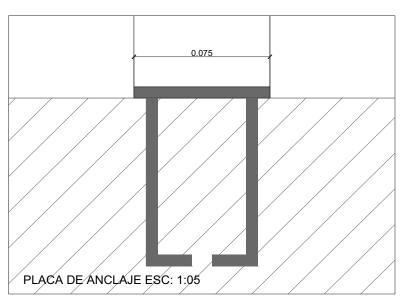

## LUCES EN EL CAMINO ALBERGUE PARA MIGRANTES PROYECTO BLANCO LÓPEZ ANDREA MORA NIETO DANIELA REVISÓ ARQ. OSCAR ENRÍQUEZ ARQ. HARRIS LEE ARQ. EDUARDO SCHÜTTE UNAM FACULTAD DE ARQUITECTURA TALLER JORGE GONZÁLEZ REYNA NORTE HUEHUETOCA EDO. DE MÉXICO AV. BENIGNO PÉREZ SIMBOLOGÍA NOTAS -ESTE MÓDULO DE LITERAS Y LOCKERS SE REPITE EN TODOS LOS DORMITORIOS. DETALLES DE HERRERÍA EDIFICIO D ESCALA 14.12.2017

