UNIVERSIDAD NACIONAL AUTÓNOMA DE MÉXICO



FACULTAD DE ARQUITECTURA

CENTRO CULTURAL JOSÉ LUIS CUEVAS, AV. ALTAVISTA, SAN ÁNGEL.

TESIS QUE PARA OBTENER ELTÍTULO DE ARQUITECTO PRESENTA:

MARCOS SAMUEL MARTÍNEZ ARTEAGA

SINODALES:







UNAM – Dirección General de Bibliotecas Tesis Digitales Restricciones de uso

DERECHOS RESERVADOS © PROHIBIDA SU REPRODUCCIÓN TOTAL O PARCIAL

Todo el material contenido en esta tesis esta protegido por la Ley Federal del Derecho de Autor (LFDA) de los Estados Unidos Mexicanos (México).

El uso de imágenes, fragmentos de videos, y demás material que sea objeto de protección de los derechos de autor, será exclusivamente para fines educativos e informativos y deberá citar la fuente donde la obtuvo mencionando el autor o autores. Cualquier uso distinto como el lucro, reproducción, edición o modificación, será perseguido y sancionado por el respectivo titular de los Derechos de Autor.

Agradecimientos

A mi madre María que es indudablemente el sustento emocional y moral más grande en mi vida, y en esta etapa definitoria de mi existencia siempre estuvo apoyando mi esfuerzo, haciendo de este logro un esfuerzo mutuo y constante.

A mi padre Alejandro agradezco lo que me dejo; un tesoro invaluable -el aprecio por la vida y los deseos de continuar a pesar de las dificultades más infranqueables.


Mis hermanos Alejandro, Rodolfo, Gustavo su aliento, apoyo, su presencia, su enseñanza, y ejemplo para llegar a las metas propuestas.

A lleana Rodríguez que ha estado conmigo durante buena parte de mi vida compartiendo fracasos y victorias, pero sobre todo la vida; además agradezco la infinita ayuda y paciencia

A mis MAESTROS, Dr. Álvaro Sánchez por su gran habilidad para encausar las ideas de sus alumnos y ayudarlos a comprender las complejidades espaciales que aunque inherentes a la arquitectura a veces no tan fácilmente visibles.

Al maestro Eduardo Schutte que ha guiado de manera sabia mi trabajo, ayudándome a no rendirme con la complejidad del mismo.

A la Dra. Mónica Cejudo que con increíble agudeza ha aportado ideas que solucionaron desafíos importantes para mi ejercicio de diseño.

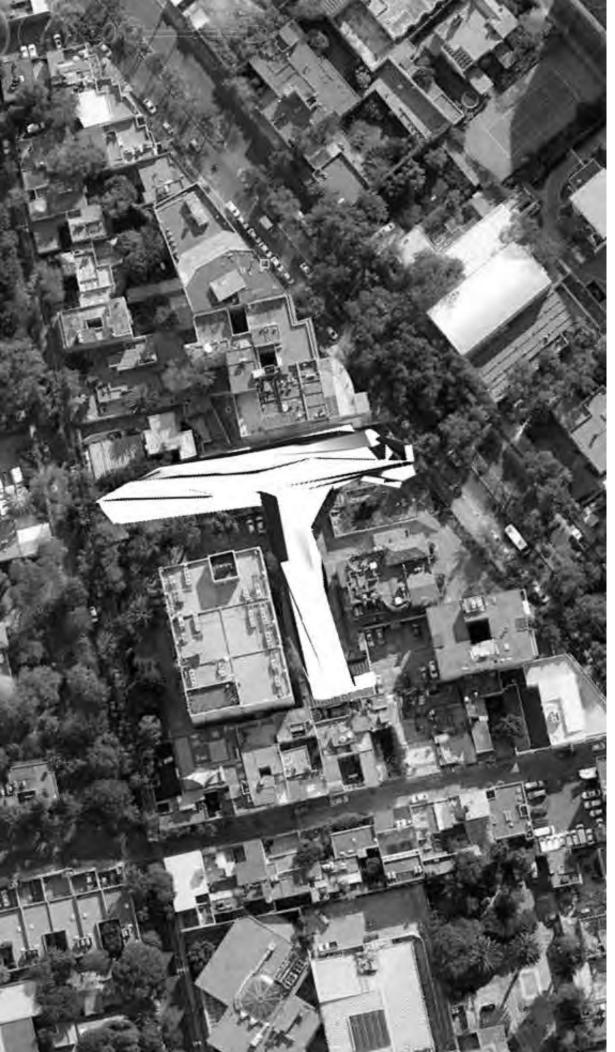

CENTRO
CULTURAL
JOSE LUIS
CUEYAS

ÍNDICE

INTRODUCCIÓN	i
PRÓLOGO	ii
FUNDAMENTACIÓN	iii
CAPÍTULO 1. MARCO TEÓRICO	5
1.1 Teorema y modelo de Voronoi	5
1.2 Planteamiento del problema	7
1.2.1 Ciudad y complejidad	7
1.2.2 Espacio Público	8
1.3 Morfología	9
CAPÍTULO 2. ANÁLOGOS	12
2.1 Definición	12
2.2 El Pavillon 21 MINI Opera Space	13
2.3 School of Art & Art History, University of Iowa	14
2.4 Giant Interactive Group Corporate Headquarters	15
2.5 Graz Kunsthaus, Morphosis	16
2.6 Museo de las confluencias. Coop himmelblau	17
CAPÍTULO 3. ANÁLISIS DE SITIO	19
3.1 Análisis de sitio	19
3.2 Características educativas	20
3.3 Estructura por edad y sexo	20
3.4 Equipamiento cultural	21
3.5 Normatividad	23

CAPÍTULO 4. IMAGEN	25
4.1 Programa arquitectónico	25
4.2 Diagramas de funcionamiento	28
4.3 Concepto arquitectónico	31
4.4 Imagen	31
CAPÍTULO 5. PROYECTO ARQUITECTÓNICO	36
5.1 Arquitectónicos	36
5.1.1 Sótano	36
5.1.2 Planta baja	38
5.1.3 Planta alta	39
5.1.4 Cubierta	40
5.1.5 Secciones longitudinales	41
5.1.6 Secciones transversales	42
5.1.7 Fachadas	43
5.1.8 Corte por fachada	44
5.2 Estructurales	45
5.2.1 Trazo y nivelación	45
5.2.2 Cimentación	46
5.2.3 Sótano	47
5.2.4 Planta baja	48
5.2.5 Planta alta	49
5.2.6 Detalle de armaduras A, B y C	50
5.2.7 Detalle de armaduras D y E	51
5.2.8 Detalle estructural de fachadas	52
5.2.9 Detalle de entrepiso	53
5.2.10 Detalle de elevador	54
5.2.11 Detalle de escaleras	55
5.2.12 Detalle de corte estructural	36
5.2.13 Detalles constructivos	57
5.3 Albañilería	58
5.3.1 Sótano	58

5.3.2 Planta baja	59
5.3.3 Planta alta	60
5.4 Acabados	61
5.4.1 Sótano	61
5.4.2 Planta baja	62
5.4.3 Planta alta	63
5.4.4 Tabla de acabados	64
5.5. Cancelería	65
5.5.1 Sótano	65
5.5.2 Planta baja	36
5.5.3 Planta alta	67
5.5.4 Fachadas	68
5.5.5 Detalles de cancelería	69
5.6 Plafones	70
5.6.1 Planta baja	70
5.6.2 Planta alta	71
5.7 Instalación eléctrica	72
5.7.1 Alimentación	72
5.7.2 Salidas	73
5.7.3 Red de distribución sótano	36
5.7.4 Red de distribución planta baja	36
5.7.5 Red de distribución planta alta	76
5.7.6 Detalles de distribución	77
5.8 Instalación hidráulica	78
5.8.1 Sótano	78
5.8.2 Planta baja	79
5.8.3 Planta alta	80
5.8.4 Detalle de baños	81
5.8.5 Isométrico	82
5.9 Instalación sanitaria	83
5.9.1 Sótano	83
5.9.2 Planta baja	84

5.9.3 Planta alta	85
5.9.4 Detalle de baños	
5.9.5 Isométrico	
CAPÍTULO 6. MEMORIAS DE CÁLCULO Y ANÁLISIS FINANCIERO	88
6.1 Memoria de cálculo, Instalación hidrosanitaria	88
6.4.2. Instalación sanitaria	88
6.4.2.1. Por edificio	88
6.4.2.1.1. Bajada de aguas pluviales	88
6.4.2.1.2. Drenaje de salida por núcleo sanitario	88
6.4.2.1.3. Línea de registro, niveles de arrastre	88
6.4.2.2. Conjunto	88
6.4.2.2.1. Capacidad planta de tratamiento	88
6.2 Memoria de cálculo, Instalación eléctrica	90
6.2.1 Conjunto	90
6.2.1.1. Subestación eléctrica	90
6.3 Análisis financiero	91
6.3.1 Estimación de costo	91
6.3.2 Estimación de honorarios	92
6.3.3 Estimación de mantenimiento	93
6.3.4 Gráfica de mantenimiento del inmueble	94
6.3.5 Programa de obra	95
CONCLUSIONES	96
BIBLIOGRAFÍA	97

INTRODUCCIÓN

En este humilde escrito pretendo de manera clara y contundente mostrar el camino que he seguido como estudiante de arquitectura de la UNAM; para conseguir y concretar un proyecto de arquitectura "fragmentaria", con una posición de diseño neoformista que intenta buscar y conseguir un camino de aproximación al proceso urbano arquitectónico distinto del común, sin pretensión y sin mayores motivaciones que las típicas que el entusiasmo que la arquitectura otorga.

Es así como en este documento explicare y evidenciare la línea de diseño que rige en la propuesta arquitectónica, plasmada en el proyecto "Centro Cultural José Luis Cuevas". Resultado de este proceso se hace la inclusión del concepto que género la disposición volumétrica, análisis programático de áreas y la propuesta técnico constructiva.


Análisis del sitio: que consiste de un análisis diseñado para enfocar la atención del proyectante y del lector en descubrir las condiciones que en el lugar de trabajo del nuevo edificio imperan; haciendo evidente que el estudio y el análisis de las zonas de inserción son plenamente vitales para la correcta inclusión al contexto urbano y arquitectónico de un objeto de dicha índole.

Así mismo se ha hecho el análisis de tres edificios que han resultado en fuentes de consulta y de apoyo para el desarrollo del proyecto que se expone en este documento; dichos elementos arquitectónicos "análogos" han sido elegidos en base a sus características constructivas, concepción volumétrica y respuesta espacial .dichos proyectos están suscritos en el contexto creativo de la última década; que exponen las más recientes tendencias de la arquitectura "fragmentaria "del mundo.

Está incluido en este documentos la propuesta técnico constructiva del Centro Cultural José Luis Cuevas y su factibilidad financiera.

Por última se harán una serie de reflexiones en torno al trabajo realizado sustentando la conclusión misma de la propuesta urbanoarquitectónica.



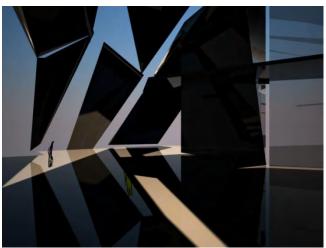

PRÓLOGO


Otro objetivo importante es el de crear una zona de amortiguamiento urbano dentro de la colonia San Ángel Inn , ya que dentro de las problemáticas halladas, se localizó una perdida poblacional en el primer perímetro de la delegación Álvaro Obregón, lo cual requiere una acción de repoblación, reciclamiento de predios e interacción de equipamiento urbano y estructura habitacional .Por tanto, resulta idóneo el planteamiento del paseo José Luis cuevas ya que conjuga infraestructura cultural con las nacientes edificaciones que en la zona emergen con el objetivo de ofrecer opciones para la repoblación del primer contorno de la ciudad de México.

El proyecto "Centro Cultural José Luis Cuevas" representa un oportunidad valiosa para afrontar y resolver un problema complejo que implica, aplicación de conceptos arquitectónicos y urbanísticos, como la conexión de espacio exterior e interior, conjugación de los mismos para completar un espacio interconectado y ciudad: funcional para la que adaptaciones para la realización de actividad al aire libre y al interior, en base a una plaza pública que agrupara a las distintas actividades que en el centro se realicen.

Parte del objetivo de la demanda arquitectónica fue diseñar un nuevo edificio que se implantara en el terreno disponible para dicho fin, además de ligarlo con el edificio preexistente (Angus).

Gracias a la iniciativa de la delegación Álvaro Obregón de reciclar y reutilizar predios, una de las condicionantes en el planteamiento inicial del proyecto fue conservar el edificio perteneciente al antiguo restaurante "Angus"; dicho edificio ha sido clasificado como patrimonio y por tanto resulto ser intocable al menos de manera drástica, así que uno de los objetivos centrales de este proyecto siempre ha sido conservar y reutilizar el edificio dándole una integración

directa al conjunto arquitectónico del nuevo "Centro Cultural José Luis Cuevas".

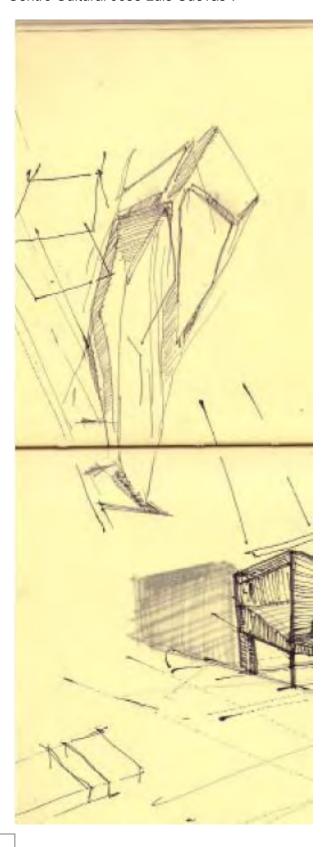

FUNDAMENTACIÓN

En base al plan nacional de desarrollo, se ha tomado una serie de estrategias que alientan y propuesta complementan la urbana arquitectónica del proyecto que en este documento se presenta. Estas estrategias tienen como función orientar en base a un plan general de desarrollo para la implementación programas sociales, planes urbanos y la generación de arquitectura en función de las necesidades identificadas del país.

Plan Nacional de Desarrollo.

ESTRATEGIA 12.7 Impulsar mayores oportunidades para los estudiantes de participar en educación artística.

ESTRATEGIA 21.1 Impulsar la apreciación, reconocimiento y disfrute del arte y las manifestaciones culturales por parte de la población.

ESTRATEGIA 21.2 Apoyar a los centros comunitarios fortaleciendo su capacidad educativa y de difusión de las artes y la cultura, para que la educación artística y los bienes y servicios culturales alcancen a un mayor número de mexicanos.


ESTRATEGIA 22.1 Promover la apertura y operación de espacios de entretenimiento sano, en los que distintos grupos sociales y de edad encuentren actividades atractivas para su entretenimiento y recreación de acuerdo con gustos compartidos, para el uso de su tiempo libre.

Datos que respaldan la propuesta

Reducir la tendencia de crecimiento de las delegaciones Álvaro Obregón, Cuajimalpa, Iztapalapa, Magdalena Contreras, Milpa Alta, Tláhuac, Tlalpan y Xochimilco, regulando el crecimiento físico de los poblados existentes, evitando la formación de asentamientos humanos en el suelo de conservación y circunscribiendo la mayor parte crecimiento demográfico al área urbanizada actual, mediante acciones coordinadas de suelo, vivienda, equipamiento e infraestructura, así como acuerdos intersecretariales y con el Estado de México para lograr su mayor densificación. Actualmente se cuenta con 1,487 unidades de equipamiento cultural, de las cuales el 7.5% es de carácter metropolitano. El 68% del

carácter metropolitano. ΕI 68% del equipamiento cultural se ubica en las delegaciones Álvaro Obregón, Benito Juárez, Coyoacán, Cuauhtémoc y Miguel Hidalgo; las delegaciones con menor participación son Cuajimalpa, Iztacalco, Magdalena Contreras, Milpa Alta y Tláhuac que reúnen el 9% del total.

Así es como se pretende consolidar la delegación Álvaro obregón como la sede cultural de la ciudad por excelencia.

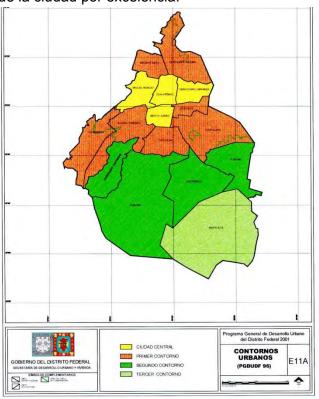

Iniciativa gubernamental

Por iniciativa del gobierno capitalino a través de la delegación Álvaro Obregón de la se ha designado la creación del denominado paseo José Luis cuevas que comprende una exposición permanente de 15 esculturas de la serie animales impuros a lo largo de un recorrido de 1.5 kilómetros además de la creación de un nuevo edificio que albergue un centro cultural y artístico.

Capítulo 1 Marco teórico

CAPÍTULO 1. MARCO TEÓRICO

1.1 Teorema y modelo de Voronoi

Dado que la arquitectura es en sí una disciplina que combina factores y situaciones que necesariamente deben incidir en la creación de objetos susceptibles de la habitación y uso humano; he partido de esta base como eje central de mi investigación, experimentación y aproximación a la creación arquitectónica; para después acudir a herramientas poco utilizadas hoy en día en dicho proceso de creación arquitectónica. Como la implementación de retículas basadas en el teorema y modelo de Voronoi.

A continuación una breve introducción a la generación de geometría fractal.

Figura 1: Ejemplo de un diagrama de Voronoi. La línea gruesa indica la cadena poligonal que separa a S1 y S2.

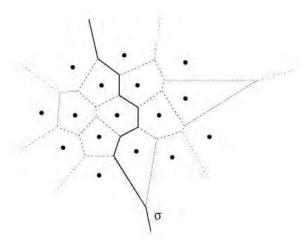


Figura 2: Diagramas de Voronoi de los subconjuntos S1 y S2. Las líneas que unen puntos al infinito no han sido dibujadas



Figura 3: Composición donde se han encimado los dos diagramas de Voronoi de los subconjuntos

S1 y S2, y se ha trazado también $\frac{3}{4}$ (la línea gruesa)


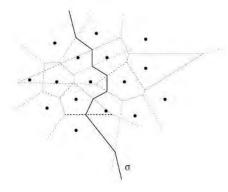



Figura 4: Las cubiertas convexas de S1 y S2. Las flechas indican los extremos de la línea poligonal 3/4.

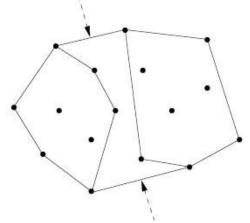

Es posible observar en la Fig. 3 que ¾ se va construyendo con la intersección de sus extremos con las aristas de Voronoi de S1 y S2. La rutina detallada para realizar esto se encuentra en el libro de texto.

Teniendo como resultado un conjunto de posibilidades experimentales en el espacio arquitectónico muy particulares.

Construcción geométrica aplicada

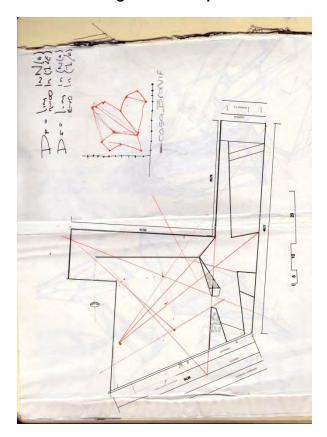

Con esta imagen es posible ilustrar la manera en la que basándome en una retícula de voronoi he comenzado a describir parte de la geometría de las plantas y alzados del conjunto.

Básicamente este método consiste en construir una reticula, en base a un cuerpo geométrico delimitado, en este caso se trato de un rectángulo, el cual daba forma a la sección longitudinal del terreno en donde se implanta el proyecto

1.2 Planteamiento del problema

La configuración urbana y arquitectónica que conforma el Distrito Federal ha obligado a tomar diversas posturas en torno de la re densificación y reutilización de la misma, la ubicación del Centro Cultural José Luis Cuevas en el barrio de San Ángel, tiene como base la elección de la zona por su amplísima vida cultural, enfocada en el arte, entretenimiento y educación. Ya que se tiene gran vocación se ha pensado que este proyecto ayudaría a redondear, consolidar y balancear la actividad artístico-cultural de toda la zona. En ese sentido este centro de producción y capacitación puede agudizar y conformar una sólida plataforma para la proyección artística y cultural.

En la actualidad del país la respuesta ante la baja producción artística se ha visto reflejada en diversas manifestaciones en el seno de la sociedad mexicana; la apertura de nuevos foros, escuelas, y en general de espacios para la creación han sido evidentes maneras de fomentar la producción artística Por iniciativa del Gobierno capitalino a través de la Secretaria de Cultura y la Delegación Álvaro Obregón se ha designado la creación del "Paseo José Luis Cuevas" ubicado en la Avenida Altavista; dicha iniciativa contempla en el plan original la creación de un paseo escultórico rematado con la implantación de un Centro Cultural que albergue actividades diversas en torno a la producción artística y cultural, no solo de la zona inmediata sino que también de la región.


1.2.1 Ciudad y complejidad

En la ciudad yacen las manifestaciones más avanzadas de las posibilidades sociales, políticas, económicas y culturales del individuo y la comunidad. En las ciudades globales también se manifiestan los experimentos sociales, artísticos, filosóficos extremos y avanzados de la civilización contemporánea.

Las ciudades globales representa en la cultura contemporánea el compendio de las situaciones vivénciales universales y geopolíticas de una situación coyuntural en la historia particular; la ciudad de México representa para el país el gran crisol de variables en el cual se vacían la mayoría de las características de nuestro país.

La ciudad de México es una capital que rebosa de expresiones culturales bastas y diversas, sin embargo la falta de espacios que concentren de manera organizada y profesional dichas expresiones propician sin duda la entropía colectiva en cuanto de la producción artístico-cultural.

"Una zona urbana es un sistema industrias, viviendas V personas interactúan. En condiciones favorables, la interacción entre las partes de una nueva zona favorece su desarrollo. Pero cuando la zona se urbaniza y se ocupa el terreno, los de envejecimiento procesos causan anguilosamiento. A medida que la zona urbana pasa de la fase del crecimiento a la fase de equilibrio, la mezcla de población y actividad económica se modifica".

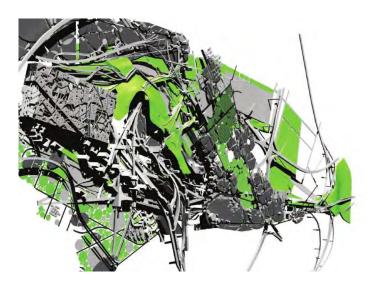

1.2.2 Espacio Público

"En una época en que tiende a mostrarse escéptica respecto del estatus del espacio público en la ciudad contemporánea"

La apuesta por el espacio publico


Este diseño apuesta por tener un espacio de vida publica abierto para cualquiera que desee aportar a la cultura de la ciudad. En un espacio interpenetrado y conectado entre sí, la actividad será diversa y prolífica, danza, teatro, cine, música, escultura conviviendo es este edificio. La unificación, la conjugación y la convivencia en un espacio urbano ligado directamente con su entorno rigen la propuesta arquitectónica.

Parte importante como se ha mencionado con anterioridad este trabajo de tesis arquitectónica. es rehabilitar un edificio catalogado en desuso, que antiguamente albergaba al restaurante Angus, la intención es clara, reutilizar en base a la reconexión, rehabilitación

"La arquitectura como un catalizador de la vida pública y actividad urbana"

En este sentido podemos decir que el edificio no es lo más importante, lo más importante debe ser necesariamente la generación de espacio y de actividades, foros que trascienden las 4 paredes, potenciar la actividad de carácter público y dar a la zona una recoveco transitable, no de transición sino de permanencia.




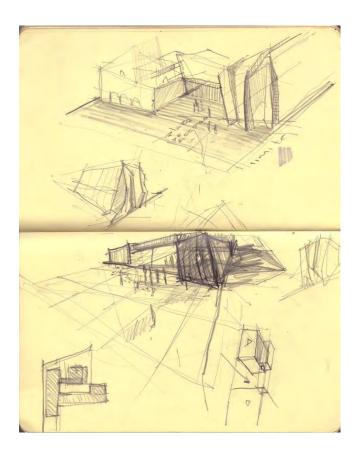




1.3 Morfología

Este proyecto funciona con la idea básica y formal de zurcir unir partes inconexas, ser vórtice, la volumetría responde a la partición y fragmentación de las posibilidades espaciales, reflejadas en planos de la percepción visual y espacial. Se compone de un volumen que atraviesa de manera longitudinal el predio conectando así las calles de Luis Ogazón y AltaVista (Camino al desierto de los leones), la intensión recurrir a una arquitectura no clásica y uno que "invade" el terreno de manera longitudinal el cual albergará una biblioteca, área de medios digitales, galería área administrativa.

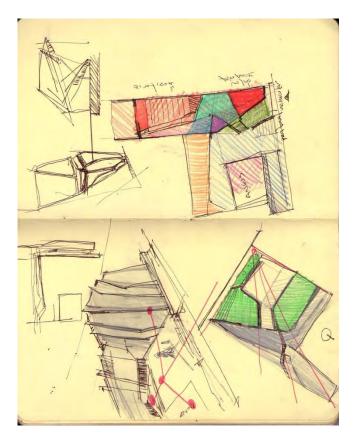

"Una arquitectura no-clásica no es ni un certificado de la experiencia, ni una simulación de la historia, ni la razón o la realidad del presente. Por el contrario, puede ser más propiamente descrita como una arquitectura "tal y como es", o sea, una representación de sí misma, de sus propios valores y de su experiencia interna".


Dejar las razones históricas heredadas y obsoletas que ni el movimiento moderno fue capaz de dejar a un lado, razones que se acarrean desde el renacimiento, con la finalidad de encontrar manifestaciones arquitectónicas que no respondan al hombre si no a la producción industrial de la civilización contemporánea; en este proyecto "prototipo" de una arquitectura general y libre de cerraduras ideológicas y códigos aprobados, del lenguaje arquitectónico, fragmentar y generar variedad en la expresión literal del discurso arquitectónico será vital e este trabajo de exploración.

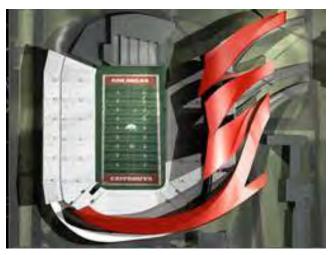

La arquitectura provoca, es orden y desorden, es subjetiva y universal; la arquitectura es leer, ver, sentir y opinar, la arquitectura es verdad y verdades múltiples, las cuales no interesan cuando se presentan como solas e inertes, interesan cuando se exponen y entrecruzan; líneas que se transforman en trama compleja de hilos, "pedazos o fragmentos de verdades que se convierten en otras nuevas"

Esa es la fragmentación que se cruza en el quehacer de la arquitectura, una forma que alude y recurre a la necesidad de fragmentar espacio, crear escenas y reformulaciones en la estructura del lenguaje arquitectónico; tildes y apostrofes en le redacción de la arquitectura maquinaria del Siglo XX.


Eso que llamamos fragmentación no es sólo separación; es construir de los trozos de arquitectura otra diferente. No hay más fragmentación que aquella que podamos crear y creer; imaginar y compartir. Más vale creer y hacerse servir de todos los fragmentos y en ninguno a la vez; ya sea todos juntos o por separado.

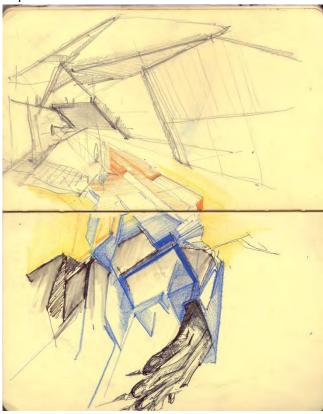


FRAGMENTOS ATEMPORALES Y SIN PARTICION IDEOLOGICA es lo que se pretende al generar esta masa fragmentada, reunida y cohesionada de nuevo mediante la herramienta de la experimentación, el lenguaje nítido y prístino enfocado hacia una geometría que no niega su carácter euclidiano, más lo rota y explota en diversas direcciones

La fragmentación no es solo imagen , no se trata de ver cosas separadas y rotas , va más allá de lo simple , es un proceso global de todas las partes insertas en un todo multidireccional ,un paseo que incluye "lugares" recovecos, referentes visuales, la interacción con los materiales delos cuales está hecho el edificio, las

personas que ahí habitan "Un paseo fotografiado sin cesar ni perder detalle por la imaginación del que ha construido con las intenciones más profundas y también, porque no, en las más superficiales".

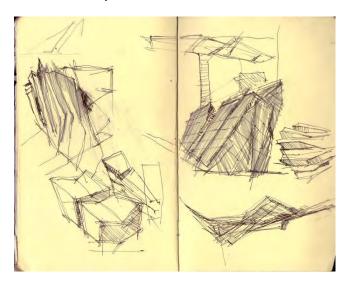

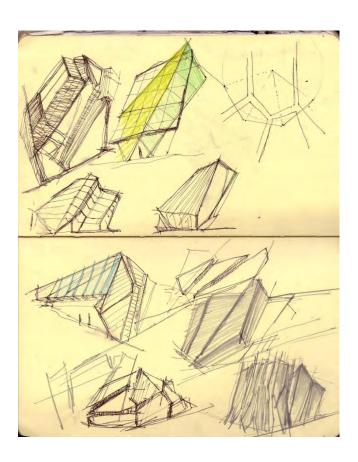

Capítulo 2 Análogos

CAPÍTULO 2. ANÁLOGOS

2.1 Definición

Se designa centro cultural o casa de (la) cultura, y en ocasiones centro cultural comunitario, al lugar en una comunidad destinado a mantener actividades que promueven la cultura entre sus habitantes.

Algunas casas de la cultura tienen bibliotecas, talleres culturales, cursos y otras actividades generalmente gratuitas o a precios accesibles para la comunidad. Este tipo de locales tienen una gran importancia para la preservación de la cultura local, sobre todo en comunidades rurales que carecen de teatros, cines o salas de conciertos. Aunque también en las grandes ciudades las casas de la cultura tienen importancia para mantener actividades culturales con grupos de todas las edades y estratos sociales.

Una casa de la cultura puede estar ubicada en un edificio histórico de una ciudad, como en el caso de la Casa de la Cultura de Buenos Aires, en Argentina o la Casa de la Cultura "José María Morelos y Pavón" en Ecatepec, México, o puede ser grande con exposiciones artísticas a nivel Centro internacional como el Cultural Universitario en Zapopan, México y el Centro Cultural Palacio de La Moneda en Santiago de Chile. También puede pertenecer a una red de asociaciones culturales en el país, como es el caso de Ecuador, donde varias Casas de la Cultura en diferentes ciudades pertenecen a la Casa de la Cultura Ecuatoriana. En algunas ocasiones, una casa de la cultura puede también estar albergada en edificios pequeños, sobre todo en poblaciones o pueblos de menor tamaño.

2.2 El Pavillon 21 MINI Opera Space

El "Pabellón 21 MINI Space Opera" es un espacio temporal y móvil para 300 visitantes que se encuentra en la Marstallplatz en la ciudad de Munich. Está destinada a ser utilizada para una amplia variedad de eventos en el Festival de Ópera de 2010 y luego viajar a otros lugares.

Su diseño intenta crear una "zona de silencio" al lado del pabellón, aunque técnicamente es imposible, intenta modificar el paisaje sonoro para dar la impresión de un ambiente más silencioso. Se utilizan tres mecanismos para lograrlo. En primer lugar el efecto protector de la plaza para bloquear el sonido de la carretera, en segundo lugar la conformación de la superficie del pabellón para recoger y desviar el sonido y en tercer lugar el carácter material de la superficie pabellón de absorber y reflejar el sonido.



Su piel de fachada se realiza con la incorporación de la composición de volúmenes piramidales en la fachada adyacente a la calle. Se ha utilizado la música de Jimi Hendrix y sus canciones "Purple Haze" y "Scuse me while I kiss sky...". Se han seleccionado diversas secuencias, analizado las frecuencias y tomado las gráficas resultantes como patrón para elaborar el modelo en tres dimensiones para los volúmenes piramidales. Para conseguir

la fachada absorbente se ha seleccionado el revestimiento exterior compuesto por paneles de aluminio parcialmente perforado montado sobre una capa de "lana roca" de 60mm de espesor. Área del terreno: 1.790 metros cuadrados

Superficie total: 560 metros cuadrados

Altura: 6 a 8 metrosLongitud: 21 metros

Anchura: 17 metros

La apertura está prevista para junio 2010

Cliente: The Bavarian State Opera Munic

Arquitectos: Coop Himmelb (I) auWolf D. Prix /

W. Dreibholz & Partner GmbH ZT

Acústica: ARUP

Proceso de construcción: Staatsper





2.3 School of Art & Art History, University of Iowa. Iowa, IA, United States, 1999-2006 STEVEN HOLL

La nueva escuela de Arte e Historia del Arte es un instrumento híbrido de contornos y centro abiertos; en lugar de un objeto, el edificio es un instrumento "sin forma". Los volúmenes implícitos más que reales están delineados por la disposición de los espacios abisagrados. Planos rectos y planos curvos se conectan o se ensamblan con secciones abisagradas. Los estudios se abren a espacios flexibles durante las temporadas cálidas. Los corredores horizontales principales son puntos de encuentro con muros de cristal que revelan el trabajo en curso. La interacción de la luz es controlada por la sombra creada por la superposición de planos exteriores. Los tensores del puente parcialmente suspendido contribuyen a la arquitectura lineal y planar. Los pisos interiores están enmarcados en una estructura de acero y muros de concreto visto dejando también a la vista los ductos para el aire v otros servicios.

La arquitectura resultante es una visión híbrida del futuro, combinando espacios de puente y loft, la teoría con la práctica y las necesidades humanas con los principios científicos

El proyecto, basado en la escultura La Guitarra de Picasso, está centrado en un atrio de altura completa con una escala escultural. La estructura expuesta juega un rol mayor en la estética propuesta. El uso de una estructura de acero vista de perfiles de ala ancha, con losas alveolares pretensadas combinadas con una estructura tipo viga tensada en voladizo sobre un estanque adyacente, contribuyen a definir la arquitectura. Los elementos estructurales expuestos y fuertemente integrados al diseño juegan un rol importante en el carácter de los espacios interiores. Se tuvo especial cuidado en mantener el carácter estructural de estos sistemas (y su correspondiente menor costo).









2.4 Giant Interactive Group Corporate Headquarters China .2006 MORPHOSIS

Emergiendo orgánicamente de la complejidad

El Campus gigante es un pueblo compacto que se adapta a diversas funciones de programación marco flexible de un las formas arquitectónicas que se mueven dentro y fuera de un paisaje esculpido. Un edificio de oficinas ondulado y un plano de masa aumentada unificando la arquitectura con el paisaje y el medio ambiente. Liberado de un dispositivo similar a figura-fondo, las capas de competencia se dispersan, fragmento, integradas. La delimitación clara que una vez hecha entre el hombre y la naturaleza se desdibuja en un lugar húmedo palimpsesto, y las diferencias conocidas entre la ciudad y el sitio de paisaje, y no el lugar, una vez que el lienzo en blanco para la arquitectura y el urbanismo, se convierte en una herramienta activa, formada por complejas fuerzas urbanas, sino también, recíprocamente, la configuración de su contexto.



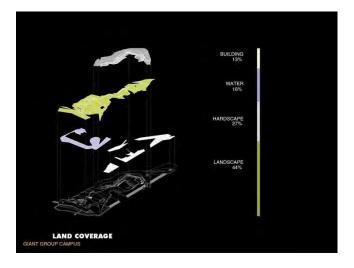

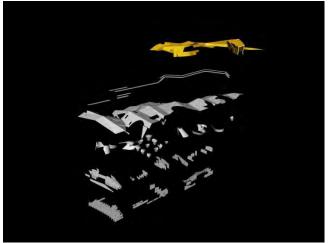




2.5 Graz Kunsthaus, Morphosis




Una barcaza metafórica flotando en el cielo, esta intervención urbana conecta al público con las institución artística;. Líneas de visión y vectores de proyecto a lo largo de las orillas del río Mur estableciendo relaciones axiales a lugares históricos, el marco de la dimensión ampliada de los peatones, pasarelas que acercan, y vinculan la Kunsthaus de la ciudad de Graz. Con el peaton

El programa público se separa tres principales: componentes una espina circulación central, ideada para albergar una serie de eventos, proyectos y espacios para reuniones y un gran, la sala de exposiciones "Kunsthalle" el mayor espacio expositivo único en Graz. El área de todo el sitio tenía sólo dos tercios de la huella necesaria para la sala de exposiciones La Kunsthalle flota en el espacio aéreo de un edificio adyacente y la acera además de un plaza cívica que ofrece a la comunidad un espacio de recreación; el volumen de planta abierta ofrece al visitante la sensación de estar suspendida en el espacio. experimentando la elevación del edificio sobre la calle. La arquitectura es esencialmente se enfoca en crear espacio abierto, proporcionando una gama de colores neutros en forma flexible para la iluminación y configuraciones del orden espacial.

Más allá de su función como un apéndice de servicios a las galerías, la armadura de circulación funciona como un espacio para eventos públicos. Los pasajes de circulación dinámica median entre el espacio de la galería controlada y los espacios urbanos exteriores además de conjugar los bordes adyacentes como las galerías auxiliares.

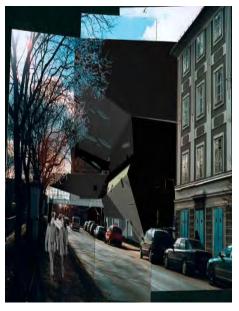

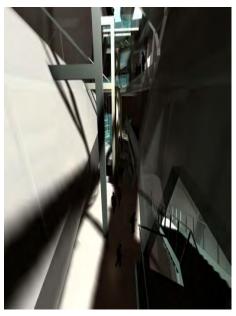

2.6 Museo de las confluencias. Coop himmelblau

El "Museo de las Confluencias" está situado directamente en la convergencia entre los ríos Rhone y Saone, sobre la franja de un área Industrial a ser reestructurada, en Lyon.

Concebido como un Museo de Ciencias, sus temáticas principales son la Técnica, Biología y Ética. Dirigido a las necesidades de información social que hacen al conocimiento general para un vasto público en constante proceso de cambio.

"De la misma manera que el futuro Museo de las Confluencias en Lyon está definido a través de la convergencia de dos corrientes, su arquitectura está caracterizada por la mezcla de dos entidades, que le otorgan calidad urbana con Significado a nivel local, regional y supraregional, contribuyendo así a destacar el amor propio de la ciudad de Lyon, dentro de los límites regionales de Francia" C. H.

La monumental estructura de vidrio se eleva, como un eco transformado en sólido, a la par de las colinas que dominan los valles de Lyon

El Cristal actúa como una antesala urbana recibiendo a los visitantes y predisponiendo sus sensaciones para la experiencia del museo.

La Nube se asemeja a una nave gigante anclada temporalmente en el Aquí y Ahora y ocultando las salas de exhibición en su enorme y oscura barriga.

"El Cristal armoniza en nuestro mundo cotidiano, sus contornos son claros y fáciles de medir, mientras que La Nube, contiene un espacio nebuloso de corrientes ocultas e incontables transiciones, insinuando lo que el mañana puede traer; prediciendo el conocimiento futuro que todavía tiene que comenzar. Presente y futuro, lo familiar y lo desconocido, mezclado en El Cristal y La Nube para convertirse en un irresistible lugar de descubrimiento, que está suspendido por encima del suelo y distante del alcance inmediato." C. H.





Capítulo 3 Análisis de sitio

CAPÍTULO 3. ANÁLISIS DE SITIO

3.1 Análisis de sitio

La zona conocida como San Ángel está al suroeste de la Ciudad de México, en la delegación Álvaro Obregón y está delimitado aproximadamente por calle Flor de María y Camino al Desierto de los Leones al Oeste en la colonia Lomas de San Ángel Inn, la avenida Universidad al Este, las calles de Río San Ángel y Vito Alessio Robles al Norte y el Eje 10 Sur por la parte sur, también se puede considerar a las colonias Guadalupe Inn y Florida como parte de esta zona, así San Ángel es delimitado al norte por el Circuito Interior Rio Mixcoac / Rio Churubusco colindando con la colonia San José Insurgentes y Crédito Constructor en la delegación Benito Juárez



La zona que analizaremos se ubica en la Avenida AltaVista, locación que se ubica entre la avenida de los insurgentes al oriente y al poniente con la Avenida Revolución. El predio cuenta con una superficie de 3200m². Con accesibilidad amplia y salida a ambas calles (Luis Ogazón y AltaVista), infraestructura: telecomunicación, fibra óptica, energía eléctrica, agua potable, drenaje.



3.2 Características educativas

Las características educativas de la población de Álvaro Obregón las podemos apreciar a partir de la información censal; el nivel de analfabetismo ha descendido en las últimas décadas, en 1970 el 13.3 por ciento de la población de 15 años y más no sabía leer ni escribir, treinta años después el porcentaje disminuye a 3.4; sin embargo, el reto continúa y es necesario atender a la población que aún es analfabeta actualmente hay a 16,807 personas bajo esta condición en la demarcación. Del total de la población de 15 años y más el 0.9 por ciento corresponde a hombres analfabetas y el 2.5 a mujeres.

Del total de la población de 5 años y más en la delegación, 15.3 por ciento corresponde al sexo masculino que asiste a la escuela y 15.1 al femenino; siendo mayor la población que no

asiste a la escuela, 31.7 por ciento son hombres y 37.2 mujeres.

Por otra parte, la información indica que en el 2000, 6 de cada cien personas no tienen instrucción primaria, 31 media básica, 56 media superior y 78 no cuenta con instrucción superior.

Por sexo, se presentan diferencias en el nivel de instrucción; estas se pueden observar en el grado promedio de escolaridad; en el 2000 la población femenina de la delegación alcanza los 7.6 años aprobados, en tanto que la masculina los supera con 8.1. Respecto a 1970, el grado promedio de escolaridad aumenta tres puntos al pasar de 4.3 a 7.8.

En lo que se refiere a alumnos, personal docente y escuelas, para el periodo 1998/99 Álvaro Obregón

3.3 Estructura por edad y sexo

La estructura por edad de la población de Álvaro Obregón se registra de la siguiente manera: el 67 por ciento se encuentra entre los 15 y 64 años de edad, mientras que el 26 por ciento es menor de 15 años.

El descenso de la fecundidad, iniciado hace décadas y la dinámica de los procesos migratorios han modificado en gran medida esta estructura. Este fenómeno puede apreciarse al comparar las pirámides de edades de años anteriores, lo que hace posible observar una reducción en la base, que corresponde a las edades menores, y un ensanchamiento en el resto. Lo anterior significa que mientras en 1980 la población menor de 15 años constituía el 38 por ciento del total, para el 2000 representa once puntos porcentuales menos.

Lo anterior ilustra un proceso de cambio hacia una población de mayor edad, lo cual implica demandas cualitativa y cuantitativamente diferentes de los diversos servicios con los que hasta ahora se cuenta. Las modificaciones en la estructura por edad se reflejan en un aumento de 9 años en la edad mediana, la que pasa de 17 años en 1970 a 26 años de edad en el 2000, lo que representa que la mitad de sus habitantes no llegan a los 26 años de edad.

De acuerdo a los grupos quinquenales de edad para el 2000, en los tres primeros (0-4, 5 a 9 y 10 a 14 años) presenta mayor número de hombres, mientras que en los siguientes grupos la población masculina es menor a la femenina. La mayor diferencia de mujeres por grupos quinquenales se ubica en el de 20 a 24 años con 3,830 mujeres más.

3.4 Equipamiento cultural

La parte baja de la Delegación Álvaro Obregón se distingue por sus colonias con mansiones, sus barrios de gran tradición, parques e iglesias coloniales ubicadas en las colonias San Ángel, San Ángel Inn y Chimalistac; contrastando con la arquitectura moderna de Santa Fe en la parte poniente y colindando con la Delegación Cuajimalpa.


Algunos sitios de interés son: la Plaza de San Jacinto, donde se encuentra el monumento en homenaje al Batallón de San Patricio, el Bazar del Sábado, el Mercado de las Flores, la Plaza de los Arcángeles, la Casa del Risco, el Monumento al General Álvaro Obregón, la ex-Hacienda de Goycochea, la Parroquia de San Sebastián Chimalistac, la Casa de los Delfines, la Iglesia de San Jacinto, la Iglesia del Carmen, la Casa del Mayorazgo de Fagoaga, la Casa-estudio de Diego Rivera, la Cámara de los Secretos, la Plaza del Carmen, El Desierto de los Leones, la Plaza San Jacinto, el corredor de bares y restaurantes de Av. de la Paz, el Teatro Helénico, el Centro Cultural San Ángel y los Museos del Carmen, Soumaya y el Carrillo Gil. Este último tiene una planta arquitectónica de corte funcionalista diseñada a mediados de la década de 1950 por el arquitecto Augusto H. Álvarez, por encargo del doctor Álvaro Carrillo Gil.

Es un edificio hecho ex profeso, para servir como museo, aunque fue ocupado algunos años como local de despachos y oficinas. En 1974 fue inaugurado como museo; desde entonces ha sufrido varias modificaciones, la más importante de ellas transformó completamente la fachada del inmueble en 1985.

La parte meridional de la Delegación, cubierta por piedra volcánica resultante de la explosión del volcán Xitle, fue objeto a mediados del siglo XX de un singular proyecto urbanístico al ser elegido por Luis Barragán para el fraccionamiento Jardines del Pedregal; de las mansiones construidas bajo el concepto original queda muy poco al ser objeto de la presión inmobiliaria que vive la parte poniente de la ciudad.

Cabe mencionar que en la Zona de San Ángel (Distrito Federal), por el rumbo de Anillo Periférico Sur se ubican las oficinas de la Empresa Televisa, y que anteriormente le pertenecieron a Televisión Independiente de México, pero al fusionarse estas instalaciones pasaron a formar parte de Telesistema Mexicano la cual constituyó lo que hoy se denomina Televisa.

Mapa-equipamiento cultural San Ángel

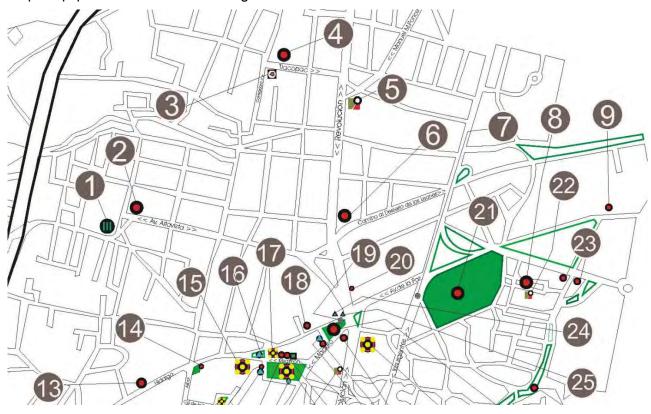

- 1- Restaurante San Ángel Inn
- 2.-Museo Casa Estudio Diego Rivera y Frida Kahlo
- 3.-Café de la Foto
- 4.- Iglesia de Tlacopac
- 5.- Centro Cultural Helénico
- 6.- Museo Carrillo Gil
- 7.- Parada de Metrobús La Bombilla
- 8.- Parroquia de San Sebastián Mártir
- 9.- Hacienda de Guadalupe Chimalistac
- 13.-Casa blanca de Los Condes de Oploca
- 15.- Iglesia de San Jacinto
- 17.-Bazar del Sábado
- 21.-Monumento a Obregón, Parque La Bombilla

3.5 Normatividad

Colonia Guadalupe Inn /AltaVista /San Ángel México

Superficie del terreno -3600m2

Uso de suelo en base al plan de desarrollo parcial de la delegación Álvaro Obregón:


H1- si de vivienda se trata

En caso de tratarse de uso mixto

H3 / H5 30% área libre

En caso de ser equipamiento

E 5- Plan parcial de desarrollo San Ángel

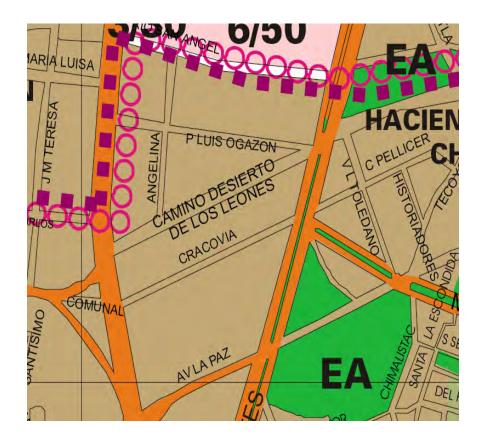

Capítulo 4 Imagen

CAPÍTULO 4. IMAGEN

4.1 Programa arquitectónico


CUADRO DE ORDENAMIENTO SISTEMATIZADO DE ELEMENTOS ARQUITECTÓNICOS CENTRO CULTURAL JOSE LUIS CUEVAS


				SUP	SUPERFICIES		
Z	Α	C	DESCRIPCIÓN	COMPONENTES	ÁREAS	ZONAS	
1.0			ZONAS EXTERIORES			1,18	
	1.1		ÁREA DE APROXIMACIÓN PEATONAL		345		
		1.1.1	PLAZA DE ACCESO	260			
		1.1.2	ELEMENTO SIMBÓLICO	25			
		1.1.3	VESTÍBULO EXTERIOR	60			
	1.2		ÁREA DE APROXIMACIÓN VEHICULAR		3		
		1.2.1	CASETA DE ENTRADA	3			
	1.3				835		
		1.3.1		150			
		1.3.2	PLAZAS Y PLAZOLETAS	270			
		1.3.3	JARDINES	400			
		1.3.4	PATIO DE SERVICIO	15			
2.0			ZONA DE ADMINISTRACION			36	
	2.1		ÁREA DE CONTROL DE ACCESO		80		
		2.1.1	RECEPCIÓN	24			
		2.1.2	SALA DE ESPERA	24			
		2.1.3	POOL SECRETARIAL	12			
		2.1.4	CIRCULACIONES	20			
	2.2		ÁREA ADMINISTRATIVA		111		
		2.2.1	PRIVADO DE DIRECTOR	20			
		2.2.2	CUBÍCULOS DE APOYO (6)	24			
			TOILET	3			
		2.2.4	ARCHIVO	4			
	-	2.2.5	FOTOCOPIADO	15			
		2.2.6	ESTACIÓN DE CAFÉ	15			
			CIRCULACIONES	30			
	2.3		ÁREA DE SERVICIOS		175		
		2.3.1	TALLER DE MANTENIMIENTO	60			
		2.3.2	HIDRONEUMÁTICO	20			
				45	1		
		2.3.4	PLANTA DE EMERGENCIA	30			
			CIRCULACIONES	20			
3.0			ZONA DE AUDITORIO			80	
	3.1		ÁREA DE ESCENIFICACIÓN		565		
		3.1.1	ESCENARIO (ALTURA/6, RADIO/3.5M)	360			
			RETROESCENARIO	70	- 1		
			CAMERINOS HOMBRES	54			
			CAMERINOS MUJERES	54			
			VESTÍBULO COMÚN	27			
	3.2	2.1.2	ÁREA DE EXPECTADORES	21	97		
	2.4	3.2.1	MILES DE ENTECTADONES	48	37		
	-	3.2.2		12		-	
	- 1	3.2.3		25			
		3.4.3		23			


	3.2.	4 CASETA DE PROYECCIONES	12		
	3.2.	5 CIRCULACIONES INCLUÍDAS			
	3.3	ÁREA DE ACCESO PÚBLICO		80	
	3.3.	1 FOYER O VESTÍBULO	60		
	3.3.	2 GUARDARROPA	12	Y N	
	3.3.	3	8		
	3.3.	4 CIRCULACIONES INCLUÍDAS			
	3.4	ÂREA DE SANITARIOS		30	
	3.4.	1 SSH (3/L, 2/WC, 2/M)	9		
	3.4.	2 SSM (3/L, 3/WC)	9		
	3.4.	CUARTO DE ASEO	3		
	3.4.	4 CIRCULACIONES	9		
	3.5	ÁREA DE BAÑOS DEL PERSONAL		34	
	3.5.	1 BAÑOS H (3/L, 2/WC, 2/M, 2/R)	12		
	3.5.	2 BAÑOS M (3/L, 2/WC, 2/R)	12		
	3,5.	3 CIRCULACIONES	10		
4.0		ZONA COMPLEMENTARIA			22
	4.1	ÁREA DE CAFETERÍA		140	
		1 ESPECIO DE COMENSALES	70		
		2 EPACIO PARA COCINETA	30		
		3 CIRCULACIONES	40		
	4.2			70	
		1 MOSTRADOR Y VENTA	50		
		2 CIRCULACIONES	20	1	
	4.2	ÂREA DE TAQUILLAS		12	
		1 VENTA DE BOLETOS	9		
	4.2.	2 CIRCULACIONES	3		
		ZONA EDUCATIVA			
		TALLER DE DANZA (1)	70		7
		MUSICO	20		
		BODEGA	30		
		BAÑO VESTIDOR	30		
		TALLER DE ESCULTURA(2)			24
		AREA DE TRABAJO	70		
		ALMACEN	20		
		LAVABO -AREA DE ASEO	5		-
		TALLER DE PINTURA(2)			24
		LAVABO -AREA DE ASEO	5		
		AREA DE MONTAJE	10		
		AREA DE TRABAJO	100		-
		TALLER DE MUSICA(1)			15
		BODEGA	20		
		AREA DE CLASE TEORICA	50		
		AREA DE CLASE PRACTICA	80		
		AREA DE INVESTIGACION			

cubiculo curador	10	
cubiculos de apoyo	10	
United the Landson		
ZONA DE BIBLIOTECA		
AREA DE LECT. ADULTOS	116	
AREA DE LECT. NIÑOS	50	
AREA DE SANITARIO	20	
BODEGA	60	
TALLER DE MANTENIMIENTO	40	
ADMINISRACION	20	
ZONA DE SERVICIO GENERAL		1
AREA DE EMPLEADOS	20	
BAÑO VESTIDOR	20	
MONTACARGAS	20	
CASETA DE VIGILANCIA	5	
BODEGA	40	
CASETA DE SALIDA ENTRADA	3	
CAJONES ESTACIONAM, DISCAP. (3)	45	
CAJONES EMPLEADOS (5)	63	
CAJONES PÚBLICO (17)	213	
CIRCULACIONES (17 AUTOS)	212	
PATIO DE MANIOBRA	60	
ANDENES DE CARGA Y DESCARGA	27	
AREA DE EXPOSICION		9 100
GALERIA	200	
LOBBY	200	

4.2 Diagramas de funcionamiento

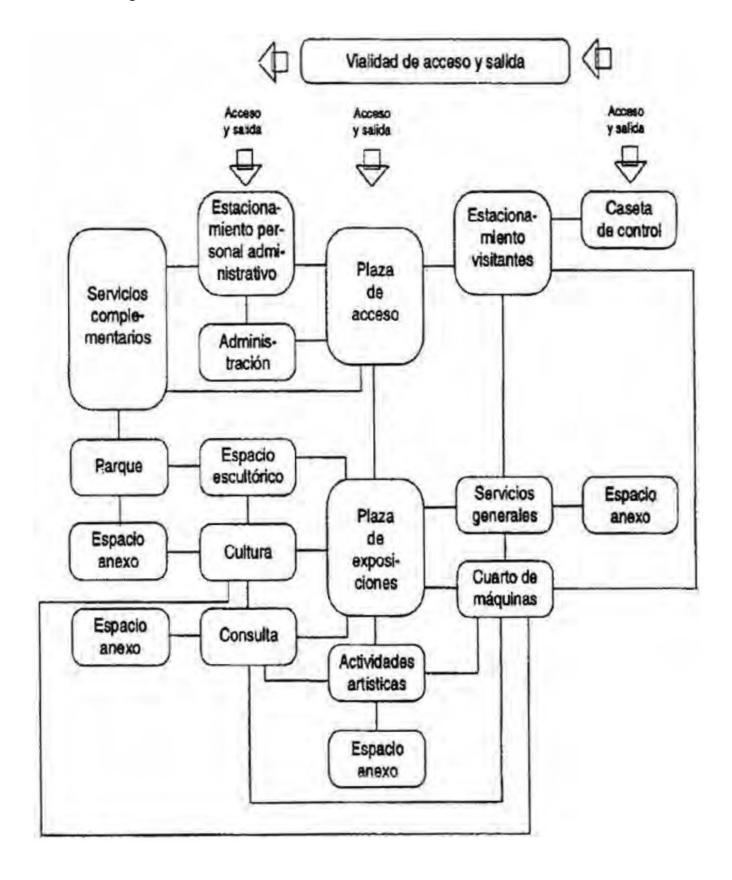

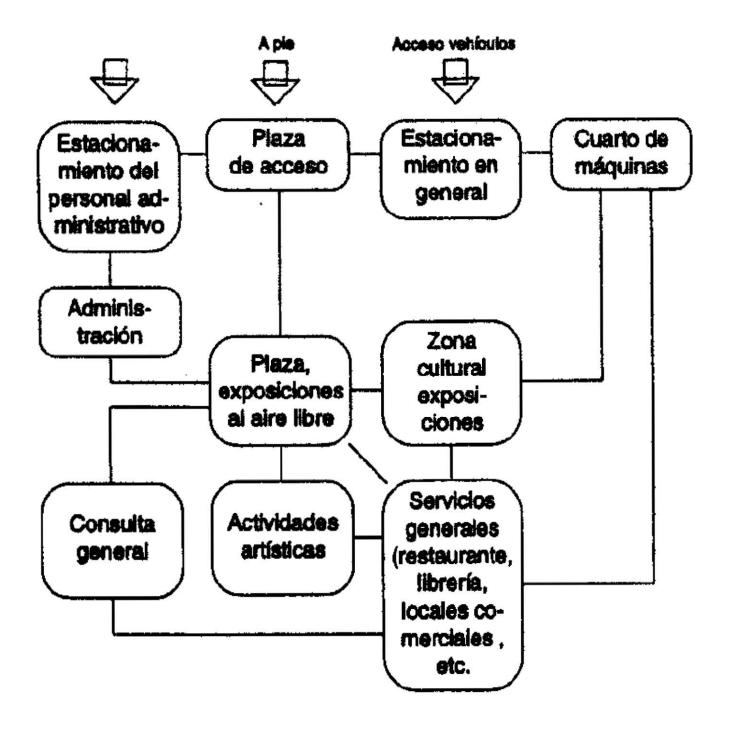

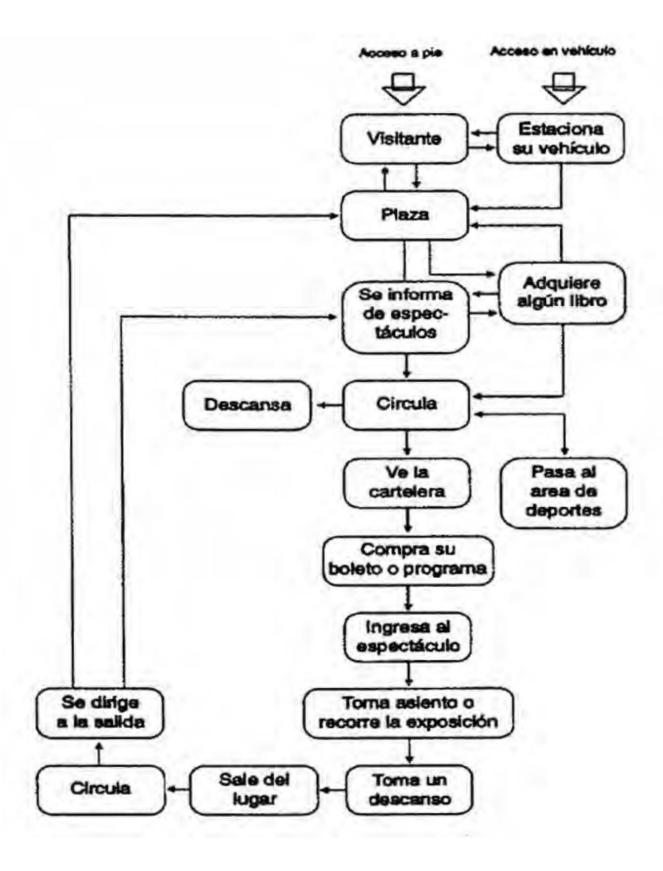

4.3 Concepto arquitectónico


La unificación la conjugación y la convivencia en un espacio urbano ligado directamente con su entorno rigen la propuesta arquitectónica.

Se plantea generar y regenerar un espacio prácticamente muerto, el edificio que albergaba al restaurante Angus ha sido abandonado y con ello un potencial espacio vivo resulta ser un espacio inútil en la zona.

Reutilizar y regenerar

Se plantea generar un espacio clave como una plaza pública la cual sea susceptible del establecimiento de la vida cultural de la zona


La experimentación espacial y formal: serán parte fundamental de este trabajo.

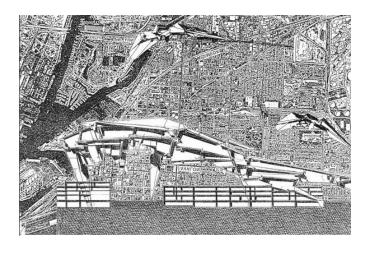










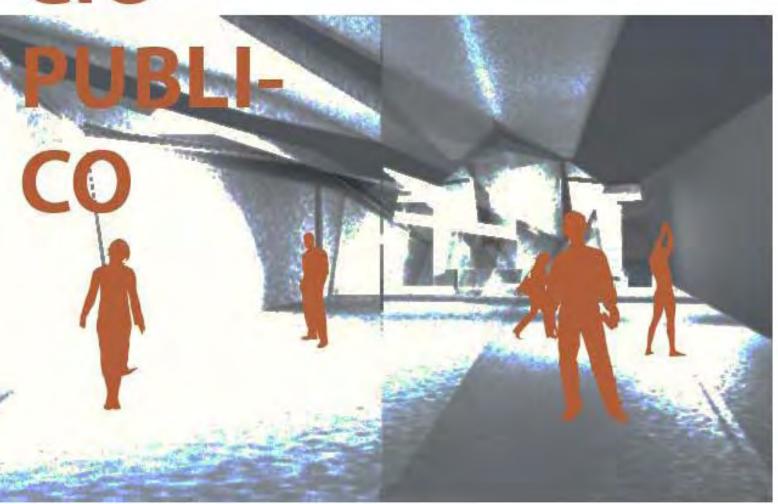

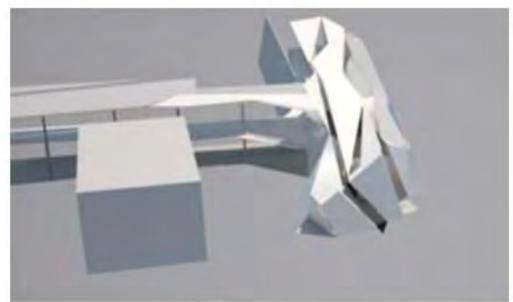

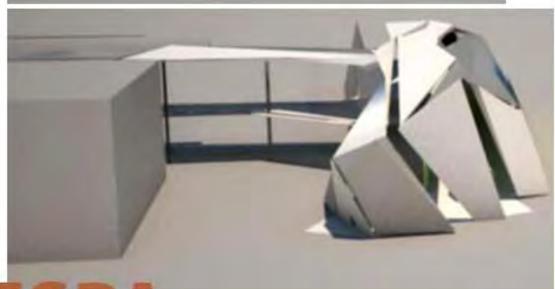



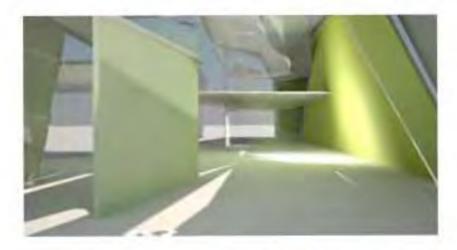



ESPA-CIO



PUBLI-CO



Capítulo 5 Proyecto arquitectónico

Capítulo 6 Memorias de cálculo y análisis financiero

CAPÍTULO 6. MEMORIAS DE CÁLCULO Y ANÁLISIS FINANCIERO

6.1 Memoria de cálculo, Instalación hidrosanitaria

Dimensiones de la cisterna

h = 4

4/4 = 1

4 - 1 = 3

162.13 /3 =54.04

 $\sqrt{54.04} = 7.35 = 7.4$ (lado de la cisterna)

 $7.4 \times 7.4 \times 3 = 162.13 \text{ m}^3$

 $8.0 \times 8.0 \times 3.6 = 227.6$ (volúmen de excavación)

6.4.2. Instalación sanitaria

6.4.2.1. Por edificio

6.4.2.1.1. Bajada de aguas pluviales

Superficie (m2) de azotea = 220

Resultado = 3 BAP de 4 plg

6.4.2.1.2. Drenaje de salida por núcleo sanitario

Total de inodoros por núcleo sanitario = 1

Total de lavabos por núcleo sanitario = 1

Total de tarjas por núcleo sanitario = 1

Total de regaderas por núcleo sanitario = 1

Tubería propuesta = 4 plg (100mm)

6.4.2.1.3. Línea de registro, niveles de arrastre

6

Total de registros en línea de drenaje

Profundidad de primer registro (m) 1.2

Pendiente de tubería 2

Distancia aproximada entre registros (m) 10

Resultados obtenidos

Registro 1 1.2 m

Registro 2 1.4 m

Registro 3 1.6 m

Registro 4 1.8 m

Registro 5 2 m

Registro 6 2.2 m

6.4.2.2. Conjunto

6.4.2.2.1. Capacidad planta de tratamiento

Propuesta Técnico-Económica de planta de tratamiento calculada bajo la base de 1000 personas con consumo de 163 litros diarios de agua, aplicando el 80% como aguas residuales (1000x163x0.8), son 132,000 litros diarios, entre 86,400 segundos, 1.53 lps.

Uso de la tecnología y proceso LAOTSS de aeración extendida mejorado. Este proceso, entre muchas otras ventajas, es libre de malos olores y de muy baja producción de lodos, lo que permite una operación muy sencilla y bajos costos de operación. Ventajas que representa:

- Ausencia de malos olores
- Bajo costo de operación y mantenimiento.
- Portátil.
- No requiere agregados de productos especiales o bacteria.
- Baja o nula producción de lodos de desecho.
- Alta remoción de contaminantes.
- Puede permanecer sin energía eléctrica hasta 6 horas.
- Permite la colocación de losas en la parte superior, por lo que el área de la planta puede ser aprovechada como área ajardinada.

Planta de tratamiento de agua negra tipo paquete Marca LAOTSSMR con capacidad de tatar 129.60 m3/día (equivalente a 1.5 l.p.s.)

El agua tratada será utilizada para el reuso (riego de jardines, retorno a sanitarios, etc.) por lo que la planta será de la SERIE SELECTOR que cumple con la norma NOM-003-SEMARNAT.1997.

6.2 Memoria de cálculo, Instalación eléctrica

6.2.1 Conjunto

6.2.1.1. Subestación eléctrica

Carga por edificio = 56,625 w

16 edificios = 906,000 w

30% áreas comunes = 271,800 w

Carga total = 1,177,800 w

100 w = 1 Kw w watt

1Kw = 1KVA Kw kilowatt

KVA kilovoltsapmeres

1,177,800 w = 1177.8 Kva

6.3 Análisis financiero

6.3.1 Estimación de costo

U.I	N.A.M. Fac. d	e Arquitectura.		
Proyecto: Centro Cultural "Jo	osé Luis Cuevas"	E stimació	n de costo	
Desarrollo: Marcos Samuel Martinez Arteaga Fuente: CMC (costos parametricos)		Fecha: Junio 2011 Hoja 1 de 1		
Superficie construida	4802.64	\$6,000.00	\$28,815,840.00	
Área libre	1245.11	\$1,000,00	\$1,245,110.00	
Costo estimado del terreno	2401.32	\$4,000.00	\$9,605,280.00	
Total m2:	8449.07	Costo total \$	\$39,666,230.00	
		IVA (16 %)	\$6,346,596.80	
		Total Final:	\$46,012,826.80	
		Costo por m2:	\$5,445.90	

Nota: Los costos parametricos de la CMIC no contemplan IVA, si incluyen un 24% de indirectos y utilidad. Esta estimación no es definitiva, representa un valor aproximado en base a costos parametricos.

Los costos corresponden a la pagina electronica de la CMIC y corresponden a diciembre de 2009.

www.emic.org.mx

6.3.2 Estimación de honorarios

The state of the s	de Arquitectura.
Centro Cultural "José Luis Cuevas"	E stimación de Honorarios
lesarrollo: marcos samule martinez arteaga	Fecha: Junio 2011
uente: CAM SAM (Arancel del Colegio de Arquitectos)	Hoja 1 de 1
n base a la formula:	
H = [(S)(C)(F)(I)	/1 00] [K]
Oonde:	
I - Importe de los honorarios en moneda nacional.	?
6 - Superficie total por construir en metros cuadrados.	4,803
C- Costo unitario estimado para la construcción en \$ / m2.	5,445.90
- Factor para la superficie por construir .	0.97
 Factor inflacionario, acumulado a la fecha de contratación, report cuyo valor mínimo no podrá ser menor de 1 (uno). 	ado por el Banco de México, S. A.,
(- Factor correspondiente a cada uno de los componentes arquite	tónicos del encargo contratado. 10.13
H=[(8250) (10000) (0.97	r) (1) /100 1[6 53]
	, (,) [[]
Honorario	os: \$2,569,986.70
Transfalls.	42,000,000.10
Desglose componenete FF	: Costo por plan
a) Plan conceptual (16%)	\$411,197.87
b). Plan Preliminar (18%)	\$462,597.61
c) Plan Basico (18%)	\$462,597.61
d) Plan de edificación (49%)	\$1,233,593.62
Total de los 4 planes (100%)	\$2,569,986.70
lota: Los Honorarios fuerón calculados, en base a la información q	ue brinda la pagina electronica del CAM SAM
www.cam-sam.org.mx	The second secon
Estos honorarios son correspondientes a: diseño Funcional Fi	ormal (FF 4.00), Gimentación y Estructura (CE 0.885),
Alimentación y Desagues (AD 0.348), Protección Para Ince	

PORCENTAJES ASIGNADOS POR ACTIVIDAD

	%	SUBTOTAL
Diseño Arquitectónico	30	\$770,996.01
Supervisión de obra	40	\$1,027,994.68
Estructura	10	\$256,998.67
Instalaciones	10	\$256,998.67
Asesoría	10	\$256,998.67
	TOTAL	\$2,569,986.70

6.3.3 Estimación de mantenimiento

U.N.A.M. Fac. d	le Arquitectura.
Proyecto: Centro Cultural "José Luis Cuevas"	E stimación mantenimiento
Desarrollo: Marcos Samuel Martinez Arteaga	Fecha: Junio 2011
Costo: 2% anual	Hoja 1 de 1
Costo total de la construcción:	\$46,012,826.80
Mantenimiento Anual (2%)	\$920,256.54
Costo de mantenimiento por m2	\$152.17

E spacio	Ārea (m2)	Costo por m2 (\$)	Valor integrado.
Superficie construida	4802.64	1 1 1 1 1	\$730,794.24
Área libre	1245.11		\$189,462.30
		\$152,17	
Total m2:	6047.75	Costo total anual	\$920,256,54

El mantenimiento anual es de : \$920,256.54

Nota: El mantenimiento esta calculado, en base al 2 % al año obre el costo de la construcción Esta estimación no es de initiva, representa un valor aproximado en base al costo del edificio


6.3.4 Gráfica de mantenimiento del inmueble

2% del valor del ed	anticio	\$46,012,826.80	Tabla de poi	centjes	-2% anual del Valor	+2% anual del
		\$920,256.54	-2%	+2%	edificio	Mantenimientodel edificio
				0		\$0.
		X	104	2	\$47,853,339,87	\$920,256.
			102	6	\$46,933,083.34 \$46,012,826.80	\$1,840,513,
			98			\$2,760,769.
			96	8 10	\$45,092,570.26 \$44,172,313.73	\$3,681,026. \$4,601,282.
			94	12	\$43,252,057.19	\$5,521,539.
			92	14	\$42,331,800.66	\$6,441,795.
			90	16	\$41,411,544.12	\$7,362,052
			88	18	\$40,491,287.58	\$8,282,308.
			86	20	\$39,571,031.05	\$9,202,565.
partir de la siguiente	tabla		84	22	\$38,650,774.51	\$10,122,821.
e obtiene el costo del			82	24	\$37,730,517.98	\$11,043,078.
			80	26	\$36,810,261.44	\$11,963,334.
antenimiento y el val	4.0		78	28	\$35,890,004.90	\$12,883,591,
el edifício anual, en u	n		76	30	\$34,969,748.37	\$13,803,848
eriodo de 54 año.			74	32	\$34,049,491.83	\$14,724,104.
ara ello es necesarió	j.		72	34	\$33,129,235.30	\$15,644,361.
sertar en la casilla			70	36	\$32,208,978.76	\$16,564,617.
rrespondiente el val	or	m	68	38	\$31,288,722.22	\$17,484,874
el edificio, o valor tota		ŏ	66	40	\$30,368,465.69	\$18,405,130
obra, la grafica gene		Porcentajes Anuales	64 62	42 44	\$29,448,209.15 \$28,527,952.62	\$19,325,387 \$20,245,643
tomaticamente las li		2	60	46	\$27,607,696,08	\$21,165,900
	7 1 2 2 2 2	5	58	48	\$26,687,439.54	\$22,086,156
e tendencia del valor	yei	4	56	50	\$25,767,183.01	\$23,006,413
antenimiento del		0)	54	52	\$24,846,926.47	\$23,926,669
mueble.		· č	52	54	\$23,926,669.94	\$24,846,926
n esta grafica se deb	e	₩ ₩	50	56	\$23,006,413.40	\$25,767,183
er el punto en que se		o o	48	58	\$22,086,156.86	\$26,687,439
tersectan los dos val	ores,	Ö	45	60	\$21,165,900.33	\$27,607,696
to determina el mon	nento	ō	44	62	\$20,245,643.79	\$28,527,952
que se deve hacer	15.105	0	42	64	\$19,325,387.26	\$29,448,209.
-arquitectura, apartir	do		40	66	\$18,405,130.72	\$30,368,465
			38	68	\$17,484,874.18	\$31,288,722
ie en este año se igu	2-22		36	70	\$16,564,617.65	\$32,208,978
valor del edificio al c	161		34	72	\$15,644,361.11	\$33,129,235
antenimiento.	Garage III		32	74 76	\$14,724,104.58 \$13,803,848.04	\$34,049,491 \$34,969,748
sta gráfica se inserta	en		28	78	\$12,883,591.50	\$35,890,004
programa de			26	80	\$11,963,334.97	\$36,810,261
antenimiento del edit	ricio.		24	82	\$11,043,078.43	\$37,730,517.
			22	84	\$10,122,821.90	\$38,650,774
			20	86	\$9,202,565.36	\$39,571,031.
			18	88	\$8,282,308.82	\$40,491,287.
			16	.90	\$7,362,052.29	\$41,411,544
			14	92	\$6,441,795.75	\$42,331,800
		14	12	94	\$5,521,539.22	\$43,252,057
			10	96	\$4,601,282.68	\$44,172,313
			8	98	\$3,681,026.14	\$45,092,570
			6	100	\$2,760,769.61	\$46,012,826
			4	102	\$1,840,513.07	\$46,933,083
			0	104	\$920,256,54 \$0.00	\$47,853,339.

NOTA:

A los veintisiete años se genera un punto cero, en el que mantenimiento y el valor del edificio son equivalentes donde el mantenimiento es de un 2% anual acumulable, y el costo del edificio decae un 2% anual acumulable. El valor del edificio y el mantenimiento a los 27 años sera de \$149,197,204.80 pesos. Esto nos indica que es necesario intervenir en este momento con Re-Arquitectura

6.3.5 Programa de obra

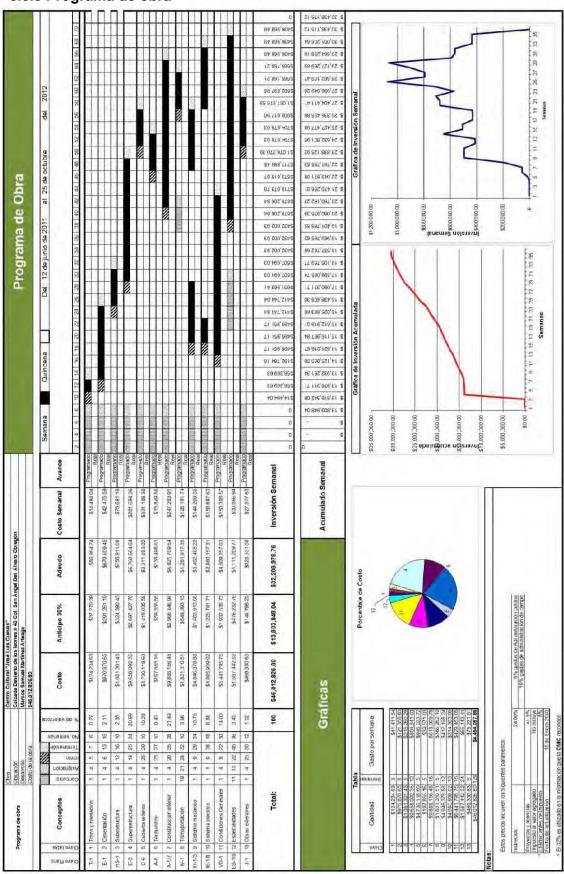

CONCLUSIONES

Acerca de este trabajo, puedo aseverar que el proceso intenso y constante de aprendizaje , jamás ha estado ausente , aprendizaje en el sentido cualitativo , gracias a la valiosa guía de mis asesores pude mantener enfocado el objetivo principal de esta tesis, abordarlo y resolverlo de una manera crítica.

Una arquitectura que responda a la actualidad no solo de una país sino de una realidad social y de un contexto global, es parte fundamental en este proceso de aprendizaje y de desarrollo del diseño arquitectónico.

La respuesta, de iluminación, climatización, calefacción están dadas simplemente por una aproximación asertiva y ligada al contexto físico, por tanto se obtienen soluciones en cuanto de la iluminación y climatización de un espacio público sencillas, adecuado para realizar diversas actividades referidas a la exposición de trabajo de producción artística, exposición, y producción cultural.

El desarrollo de la perspectiva técnica, financiera, son vitales en este proyecto ya que aun tratándose de un trabajo de experimentación y aproximación, la visión concreta del proyecto arquitectónico no se olvida y al contrario cobra importancia tratándose de hacer una propuesta viable de proyecto y diseño arquitectónico.

Un proceso de experimentación con el objeto arquitectónico, en torno del espacio público; así es como brevemente se describe este trabajo.

BIBLIOGRAFÍA

La era del vacío, Lipovetsky Gilles

La ciudad genérica, Koolhass Rem

Teoría y congregación urbana

Lebbeus Woods: Anarchitecture Architecture Is a

Political Act.

Morphosis Combinatory Urbanism: The Complex

Behavior of Collective

The formal basis of the modern architecture:

dissertation 1963. Eisenman Peter

Material consultado en internet:


Plan de desarrollo parcial para la zona de San Ángel, delegación Álvaro Obregón.

Plan delegacional de desarrollo cultural Álvaro Obregón.

INEGI

thearchitecturalreview.com

scribd.com

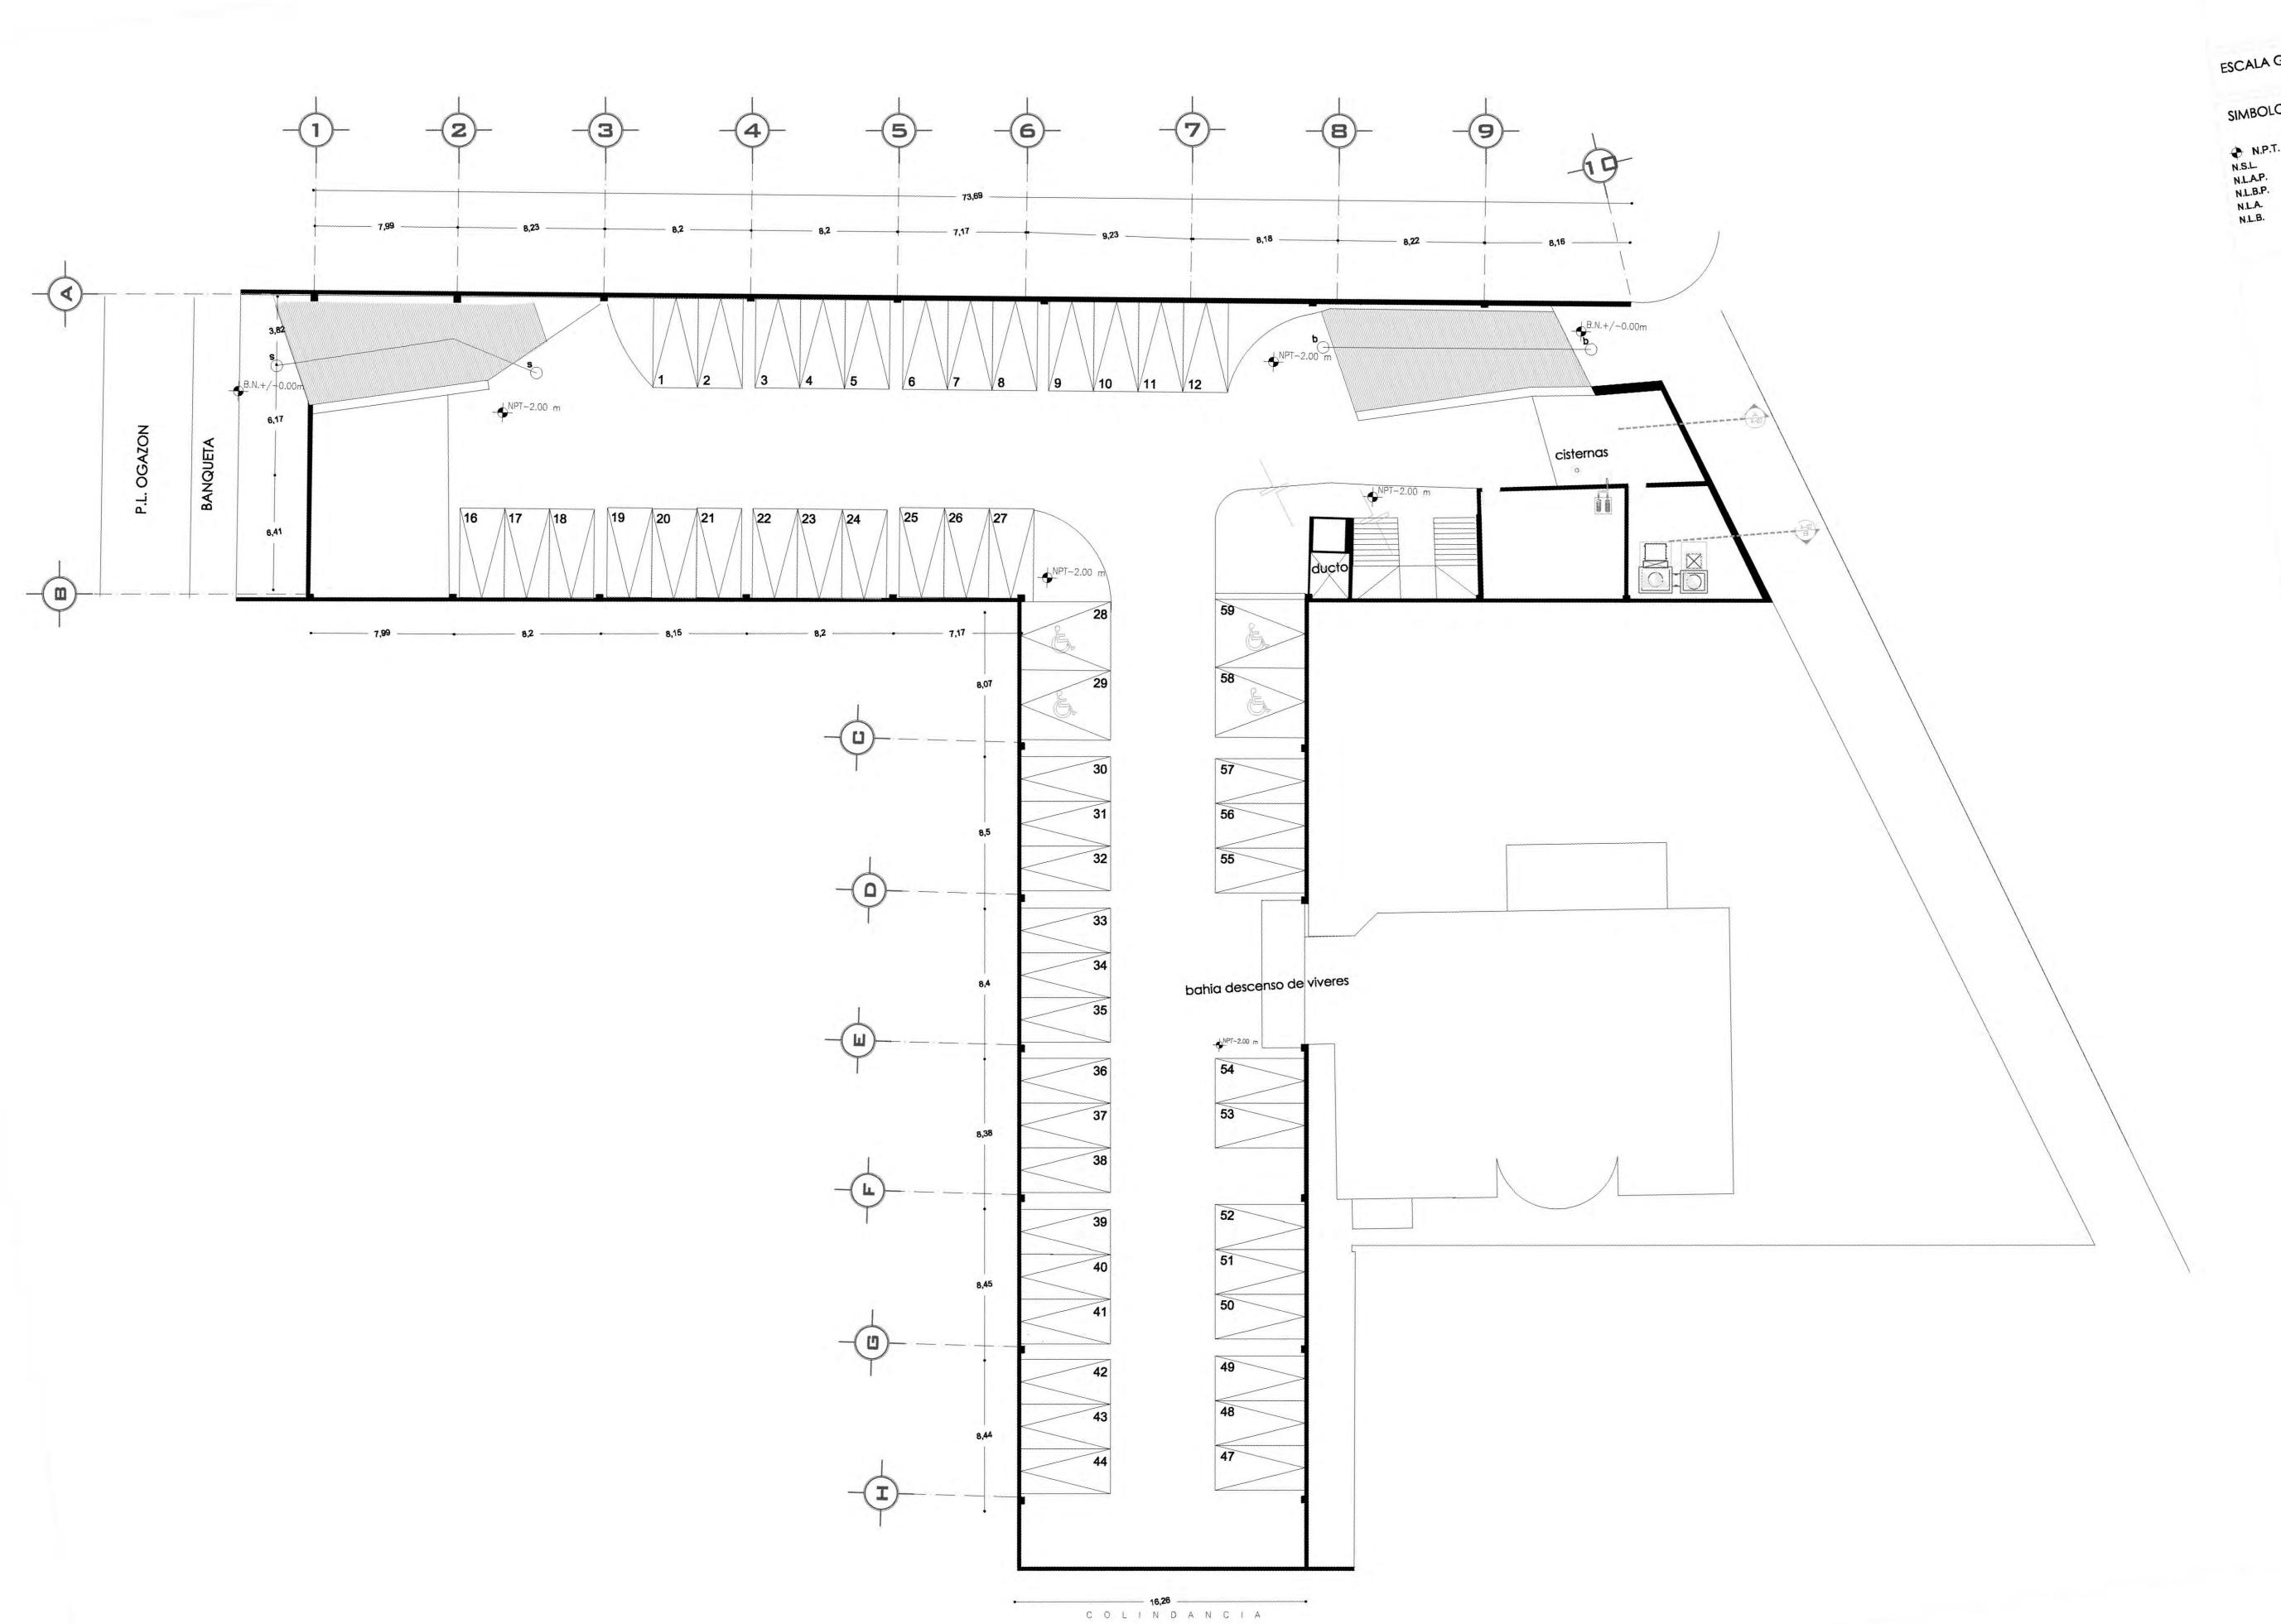



PROYECTO: CENTRO CULTURAL "JOSÉ LUIS CUEVAS"

Calzada Desierto de los Leones #43 Col. San Ángel Del. Álvaro Obregón UBICACIÓN:

Plano arquitectónico de sótano PLANO:

ESCALA: 1:175

FECHA: 8 junio,2011 COTAS:

DR. ÁLVARO SÁNGHEZ
DRA. MÓNICA GEJUDO
DRA. MÓNICA GEJUDO
ARQ. EDUARDO SCHUTTE
ARQ. JAVIER SENOSIAIN SINODALES:


PROYECTÓ:

MARCOS SAMUEL MARTÍNEZ ARTEAGA




UNIVERSIDAD NACIONAL AUTONOMA DE MÉXICO

FACULTAD DE ARQUITECTURA

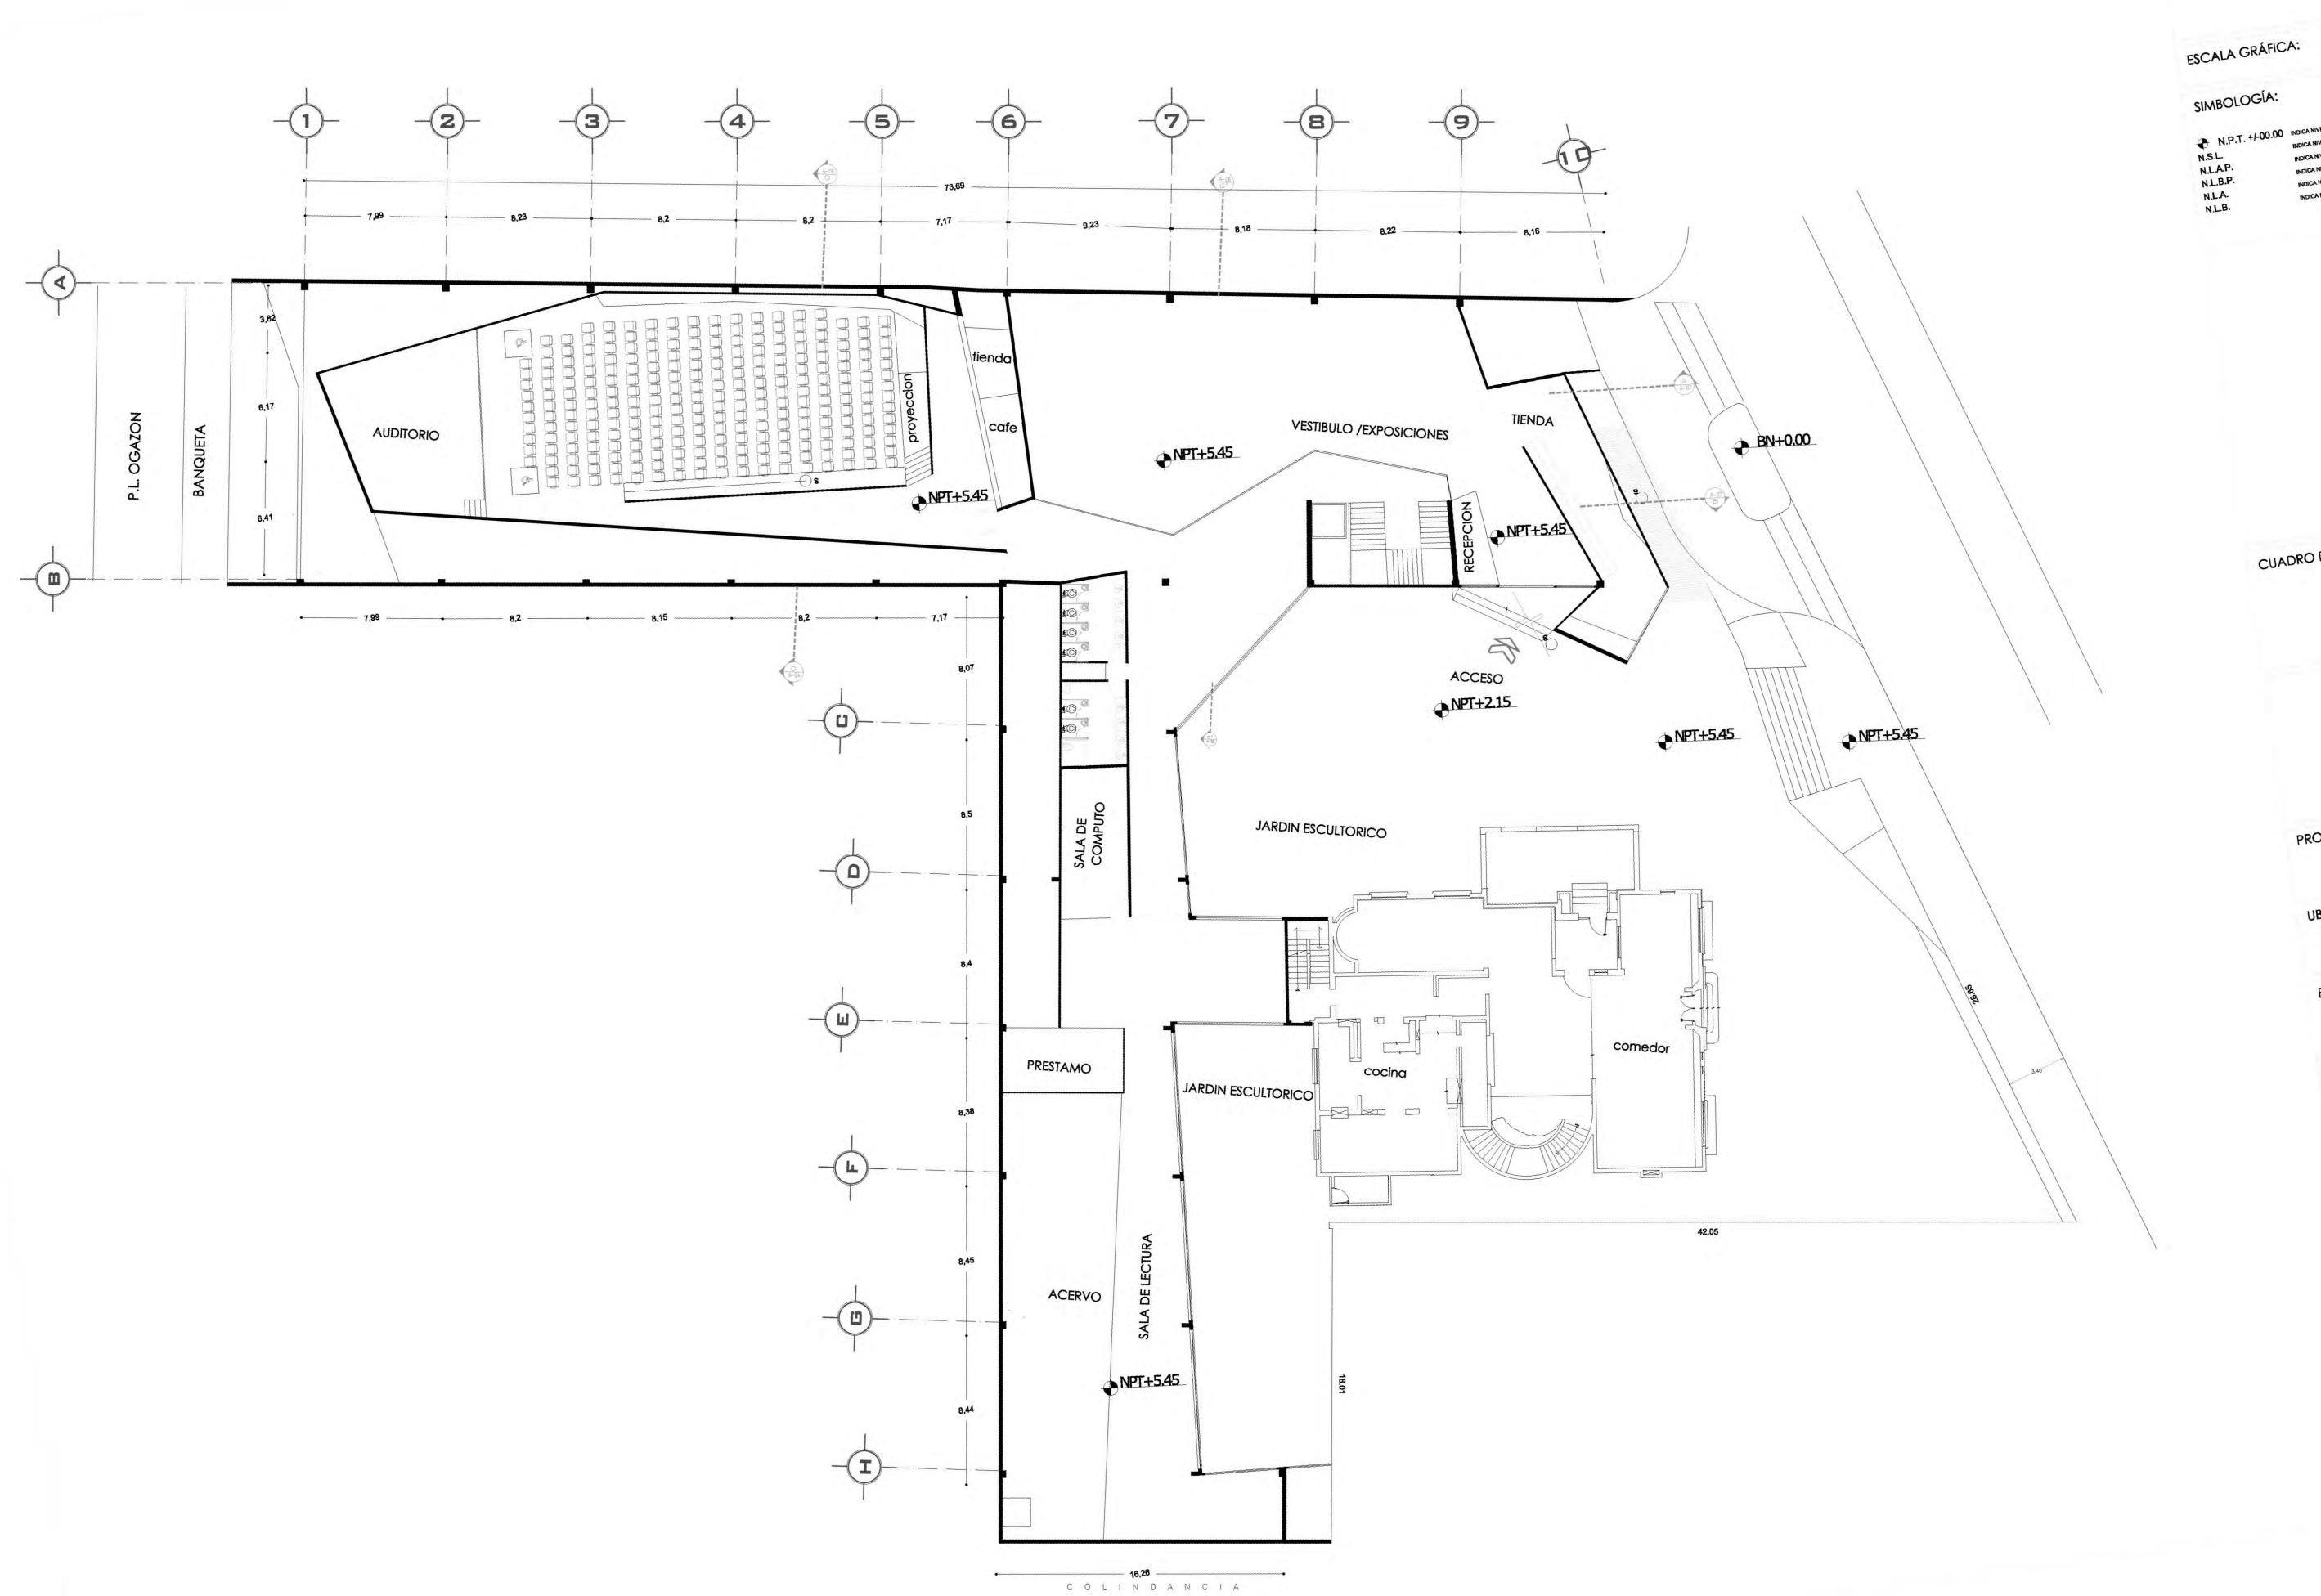

PLANTA ESQUEMÁTICA

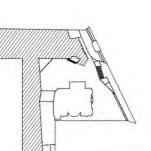

INDICA NIVEL LECHO ALTO INDICA NIVEL LECHO BAJO

PROYECTO: CENTRO CULTURAL "JOSÉ LUIS CUEVAS"

Calzada Desierto de los Leones #43 Col. San Ángel Del. Álvaro Obregón UBICACIÓN:

Plano arquitectónico de planta baja

COTAS: metros ESCALA: 1:175

DR. ÁLVARO SÁNCHEZ
DRA. MÓNICA CEJUDO
DRA. MÓNICA CEJUDO
ARQ. EDUARDO SCHUTTE
ARQ. JAVIER SENOSIAIN SINODALES:

PROYECTÓ:


MARCOS SAMUEL MARTÍNEZ ARTEAGA

FACULTAD DE ARQUITECTURA

FECHA: 8 junio,2011






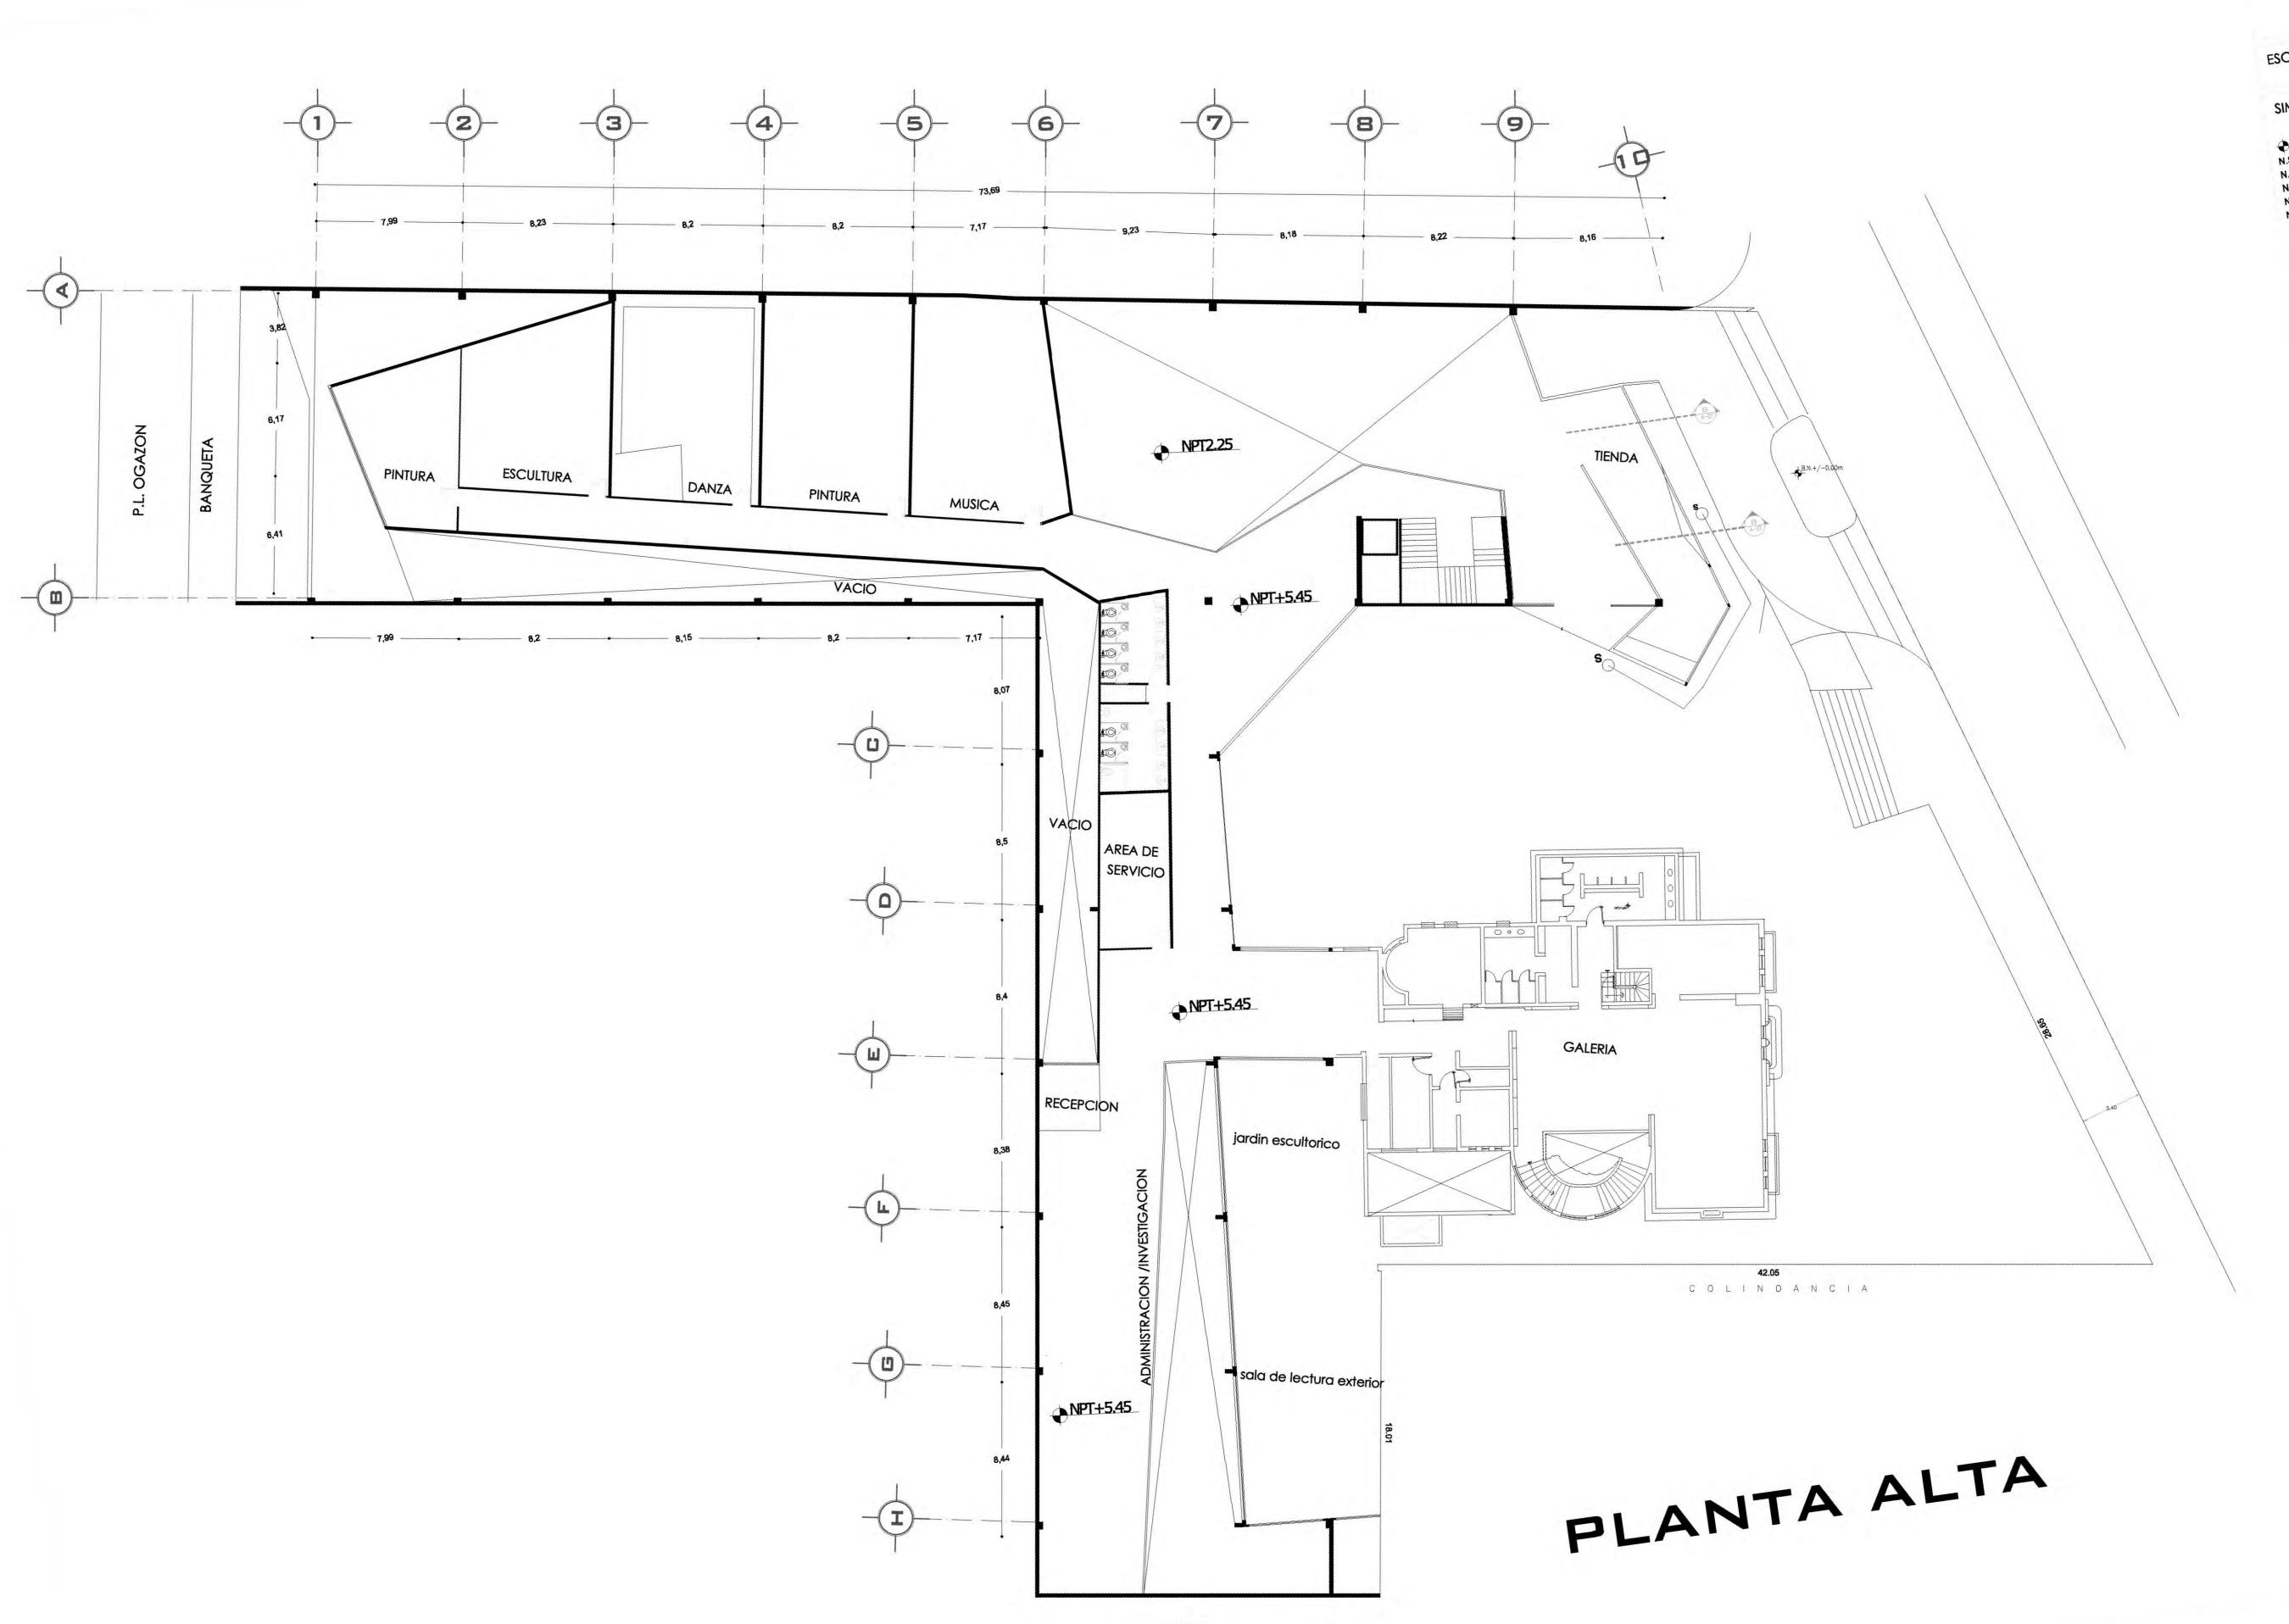

COLINDANCIA



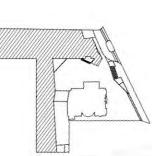

INDICA NIVEL LECHO BAIO

PROYECTO: CENTRO CULTURAL "JOSÉ LUIS CUEVAS"

Calzada Desierto de los Leones #43 Col. San Ángel Del. Álvaro Obregón UBICACIÓN:

Plano arquitectónico de planta alta

ESCALA: 1:175

COTAS: metros

FECHA: 8 junio,2011


DR. ÁLVARO SÁNGHEZ
DRA. MÓNICA GEJUDO
DRA. MÓNICA GEJUDO
ARQ. EDUARDO SCHUTTE
ARQ. JAVIER SENOSIAIN SINODALES:


MARCOS SAMUEL MARTÍNEZ ARTEAGA PROYECTÓ:




UNIVERSIDAD NACIONAL AUTONOMA DE MÉXICO

FACULTAD DE ARQUITECTURA

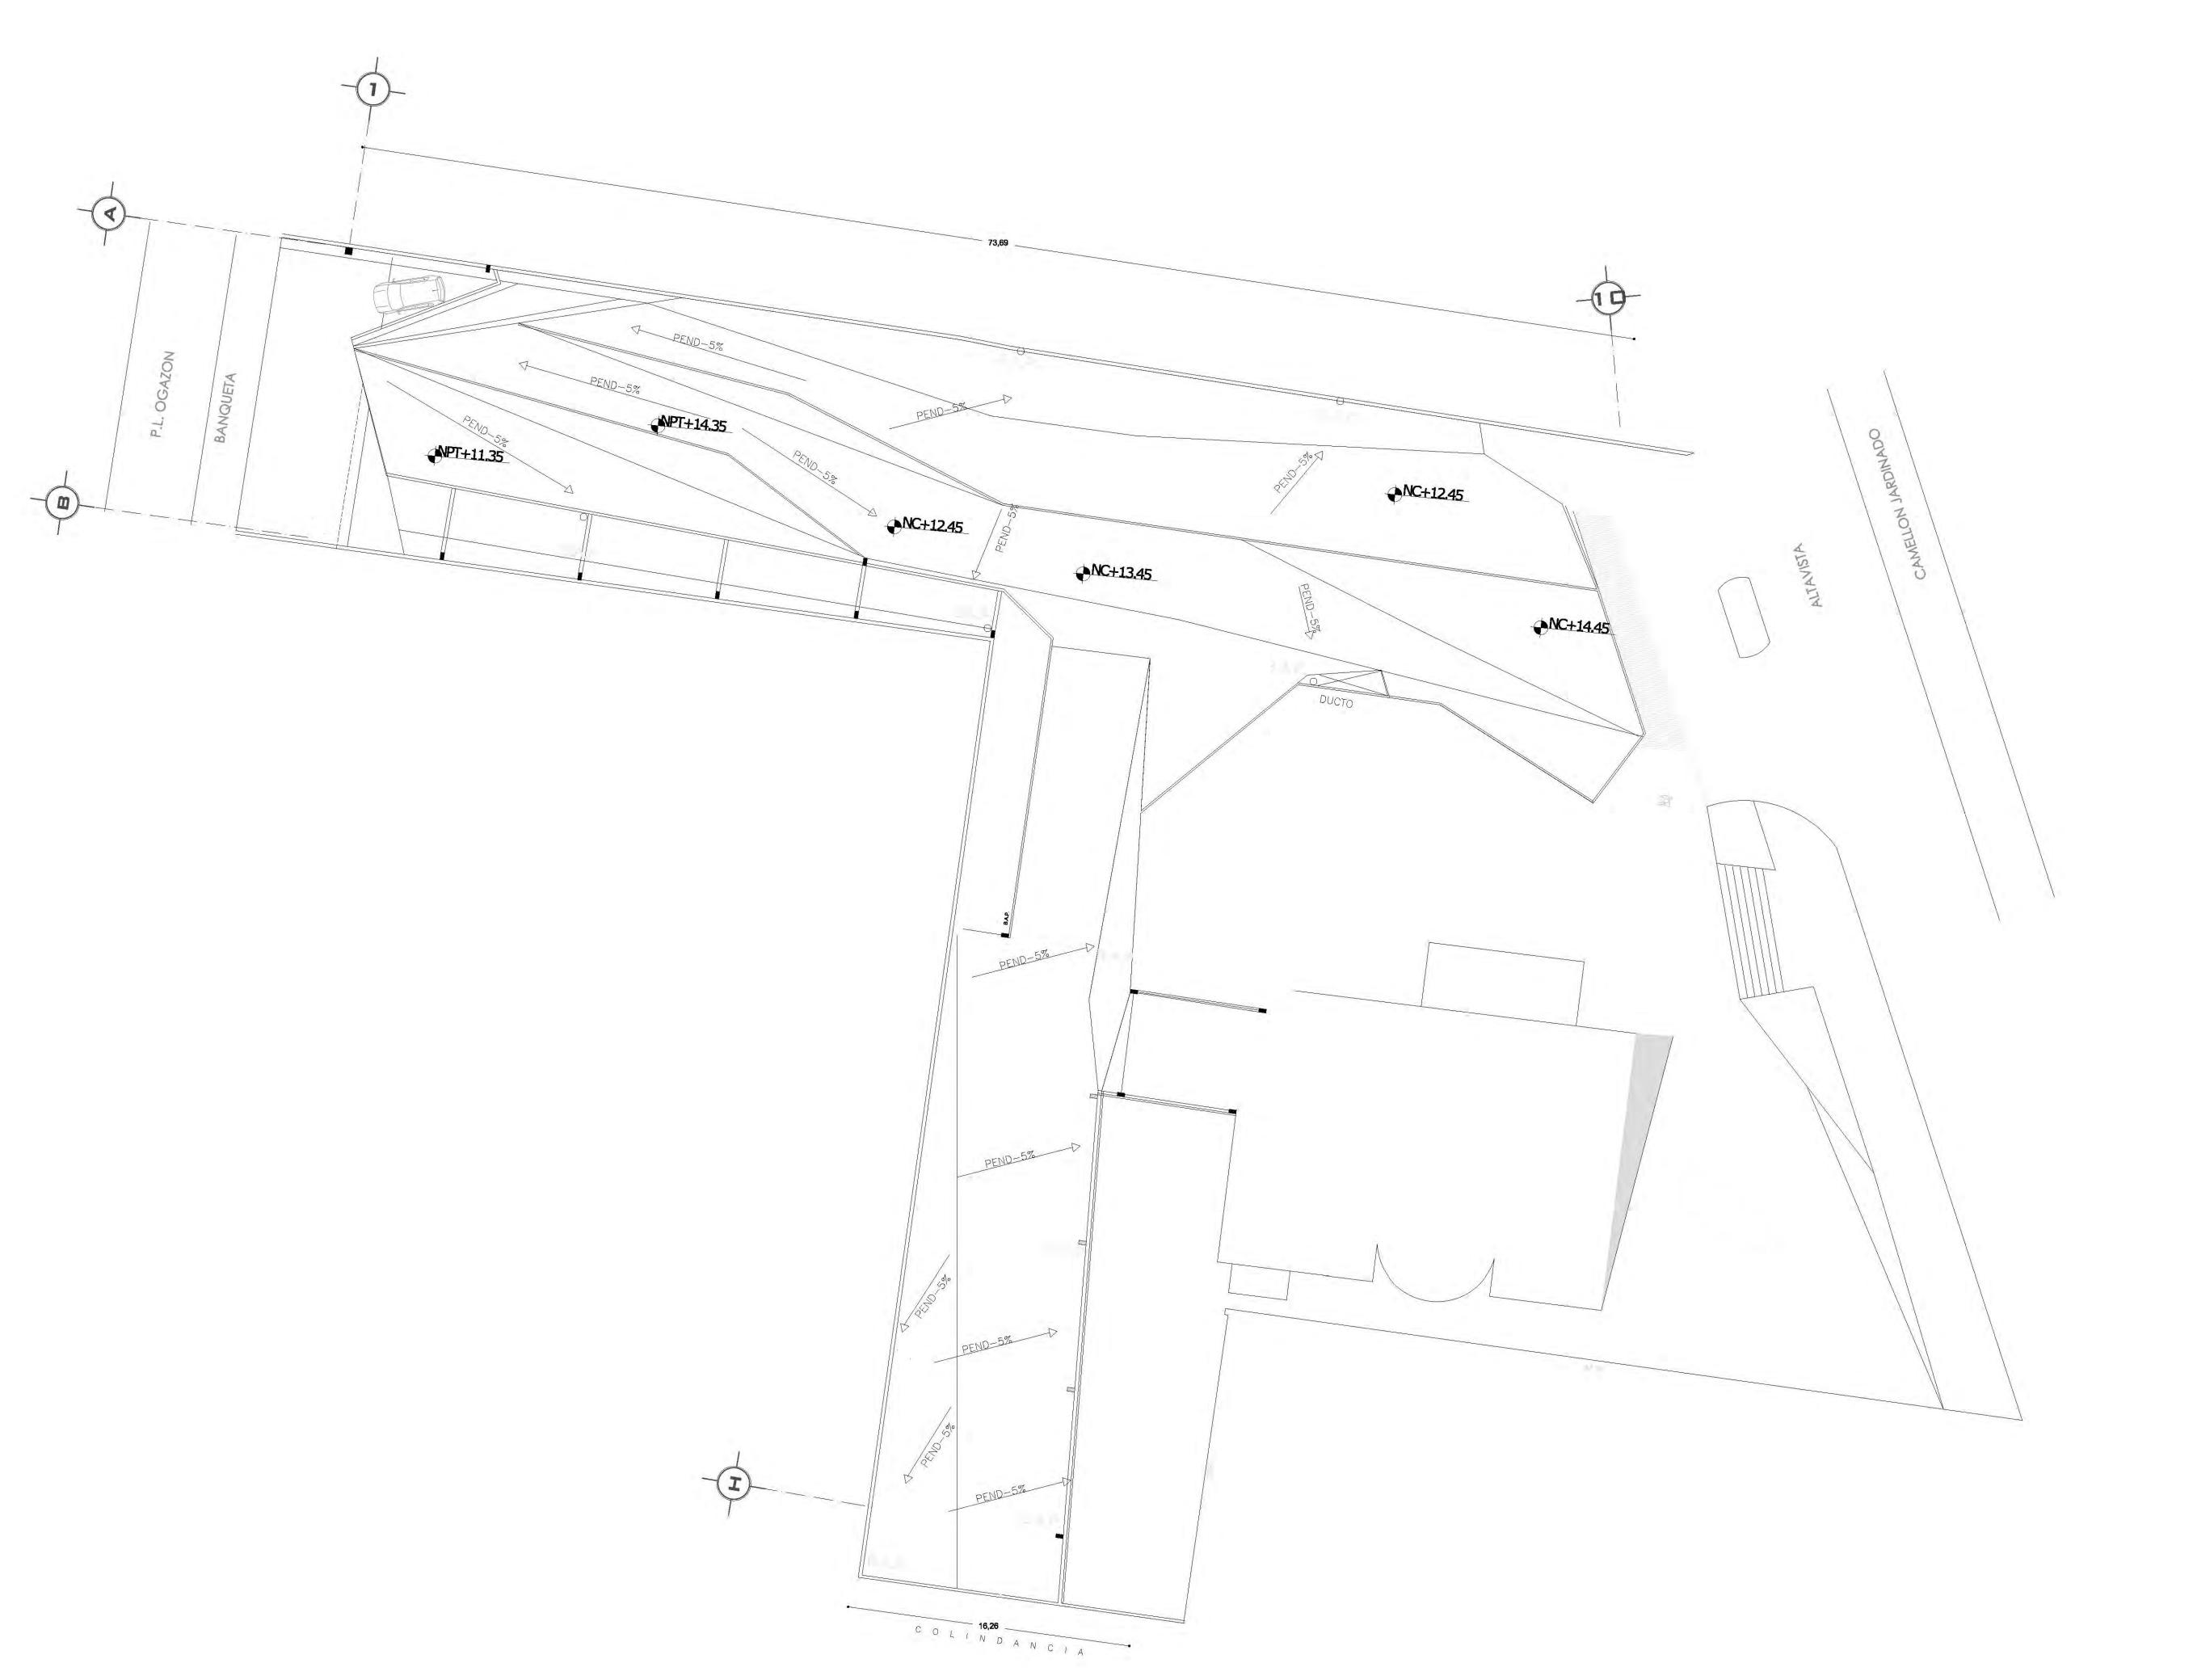


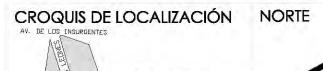

Calzada Desierto de los Leones #43 Col. San Ángel Del. Álvaro Obregón

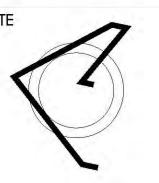

PLANTA ESQUEMÁTICA

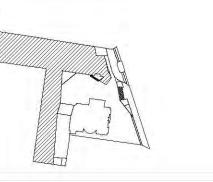

ESCALA GRÁFICA:

SIMBOLOGÍA:

• N.P.T. +/-00.00	INDICA NIVEL DE PISO TERMINADO
N.S.L.	INDICA NIVEL SOBRE LOSA
N.L.A.P.	INDICA NIVEL DE LECHO ALTO DE PLAFÓN
N.L.B.P.	INDICA NIVEL DE LECHO BAJO DE PLAFÓN
N.L.A.	INDICA NIVEL LECHO ALTO
N.L.B.	INDICA NIVEL LECHO BAJO

N.C.2.		INDICA NIVEL DE CUMBRER
N.P.		INDICA NIVEL DE PRETIL
-		INDICA CAMBIO DE NIVEL
X	X	INDICA CORTE O FACHADA
BAP.		INDICA BAJADA DE AGUA P
	N.P.	N.P. <u>x</u> <u>x</u>

CUADRO DE ÁREAS:

PROYECTO:

CENTRO CULTURAL "JOSÉ LUIS CUEVAS"

UBICACIÓN:

Calzada Desierto de los Leones #43 Col. San Ángel Del. Álvaro Obregón

PLANO:

Plano arquitectónico de cubierta

ESCALA: 1:175 COTAS: metros

FECHA: 8 junio,2011

SINODALES:

DR. ÁLVARO SÁNCHEZ DRA. MÓNICA CEJUDO ARQ. EDUARDO SCHUTTE ARQ. JAVIER SENOSIAIN




PROYECTÓ:

MARCOS SAMUEL MARTÍNEZ ARTEAGA




FACULTAD DE **ARQUITECTURA**

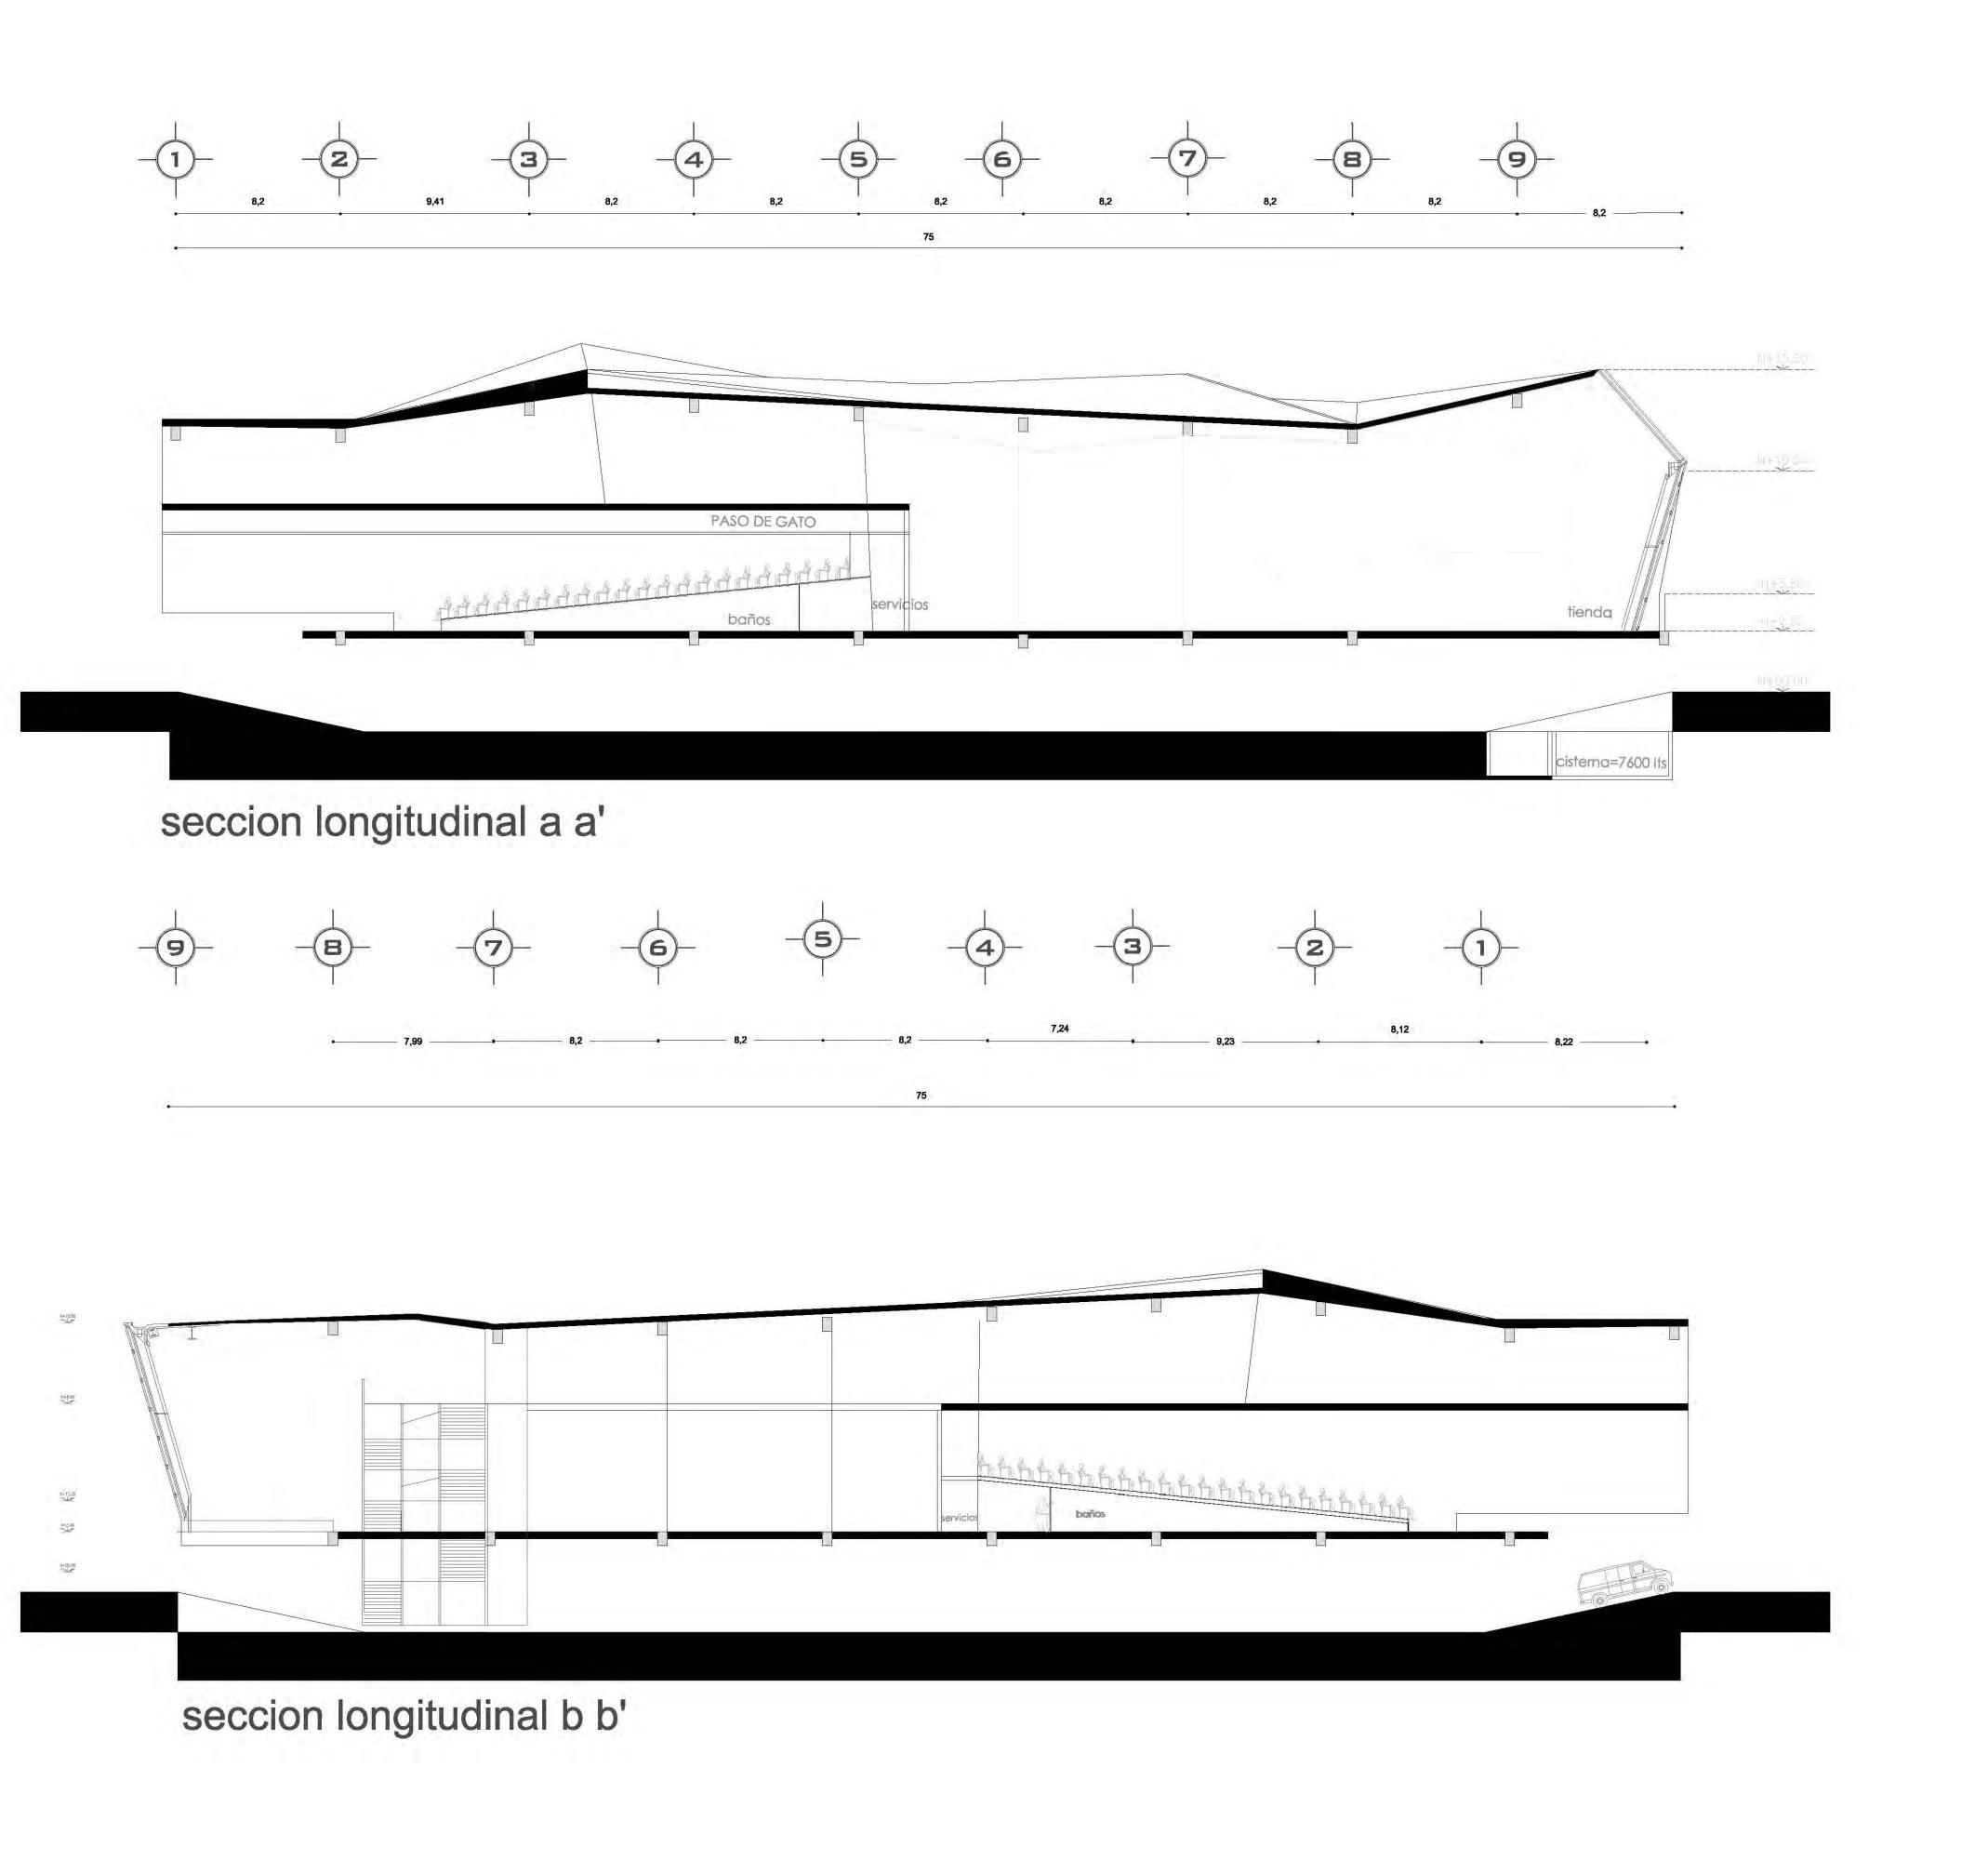


CROQUIS DE LOCALIZACIÓN NORTE

Calzada Desierto de los Leones #43 Col. San Ángel Del. Álvaro Obregón

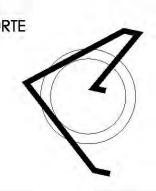

PLANTA ESQUEMÁTICA

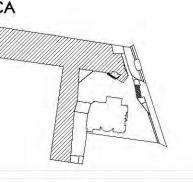

ESCALA GRÁFICA:

SIMBOLOGÍA:

CUADRO DE ÁREAS:

CENTRO CULTURAL "JOSÉ LUIS CUEVAS"

UBICACIÓN:

Calzada Desierto de los Leones #43 Col. San Ángel Del. Álvaro Obregón

PLANO:

ESCALA: 1:175

Secciones longitudinales

8 junio,2011

SINODALES:

DR. ÁLVARO SÁNCHEZ DRA. MÓNICA CEJUDO ARQ. EDUARDO SCHUTTE ARQ. JAVIER SENOSIAIN

metros


PROYECTÓ:

MARCOS SAMUEL MARTÍNEZ ARTEAGA




FACULTAD DE ARQUITECTURA


secciones edificio b

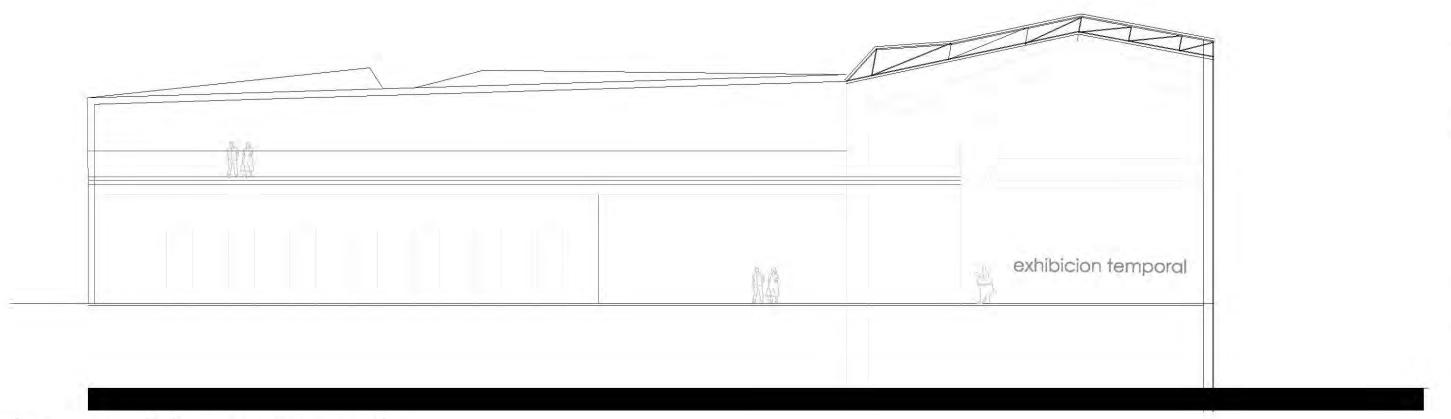

seccion z-z' transversal

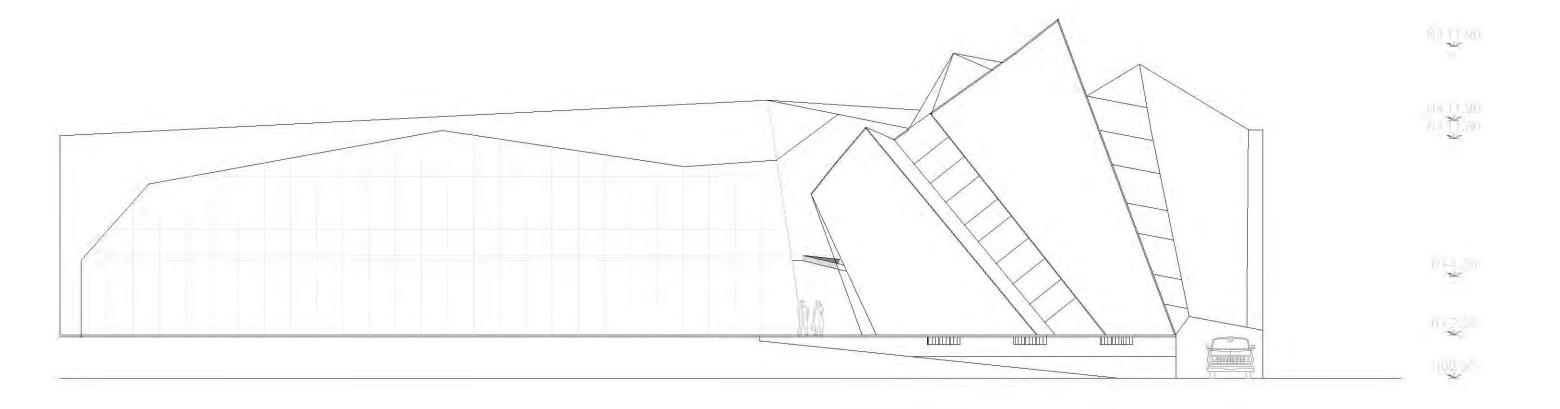



elevacion sur de conjunto b

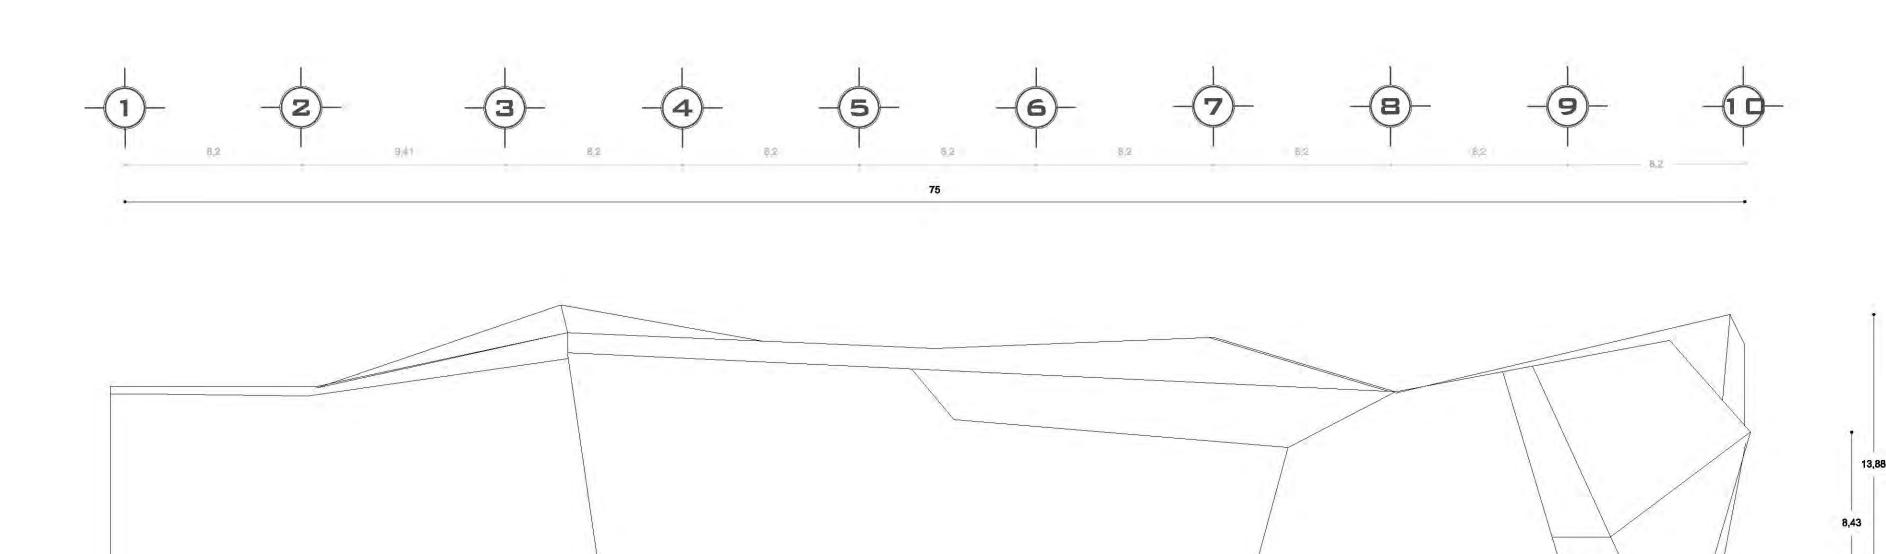



Calzada Desierto de los Leones #43 Col. San Ángel Del. Álvaro Obregón

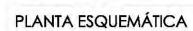

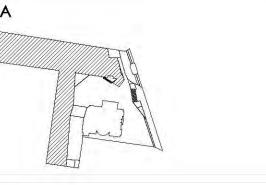


ESCALA GRÁFICA:

SIMBOLOGÍA:

N.P.T. +/-00.00	INDICA NIVEL DE PISO TERMINADO	N.C.1.	INDICA NIVEL DE CUMBR
.S.L.	INDICA NIVEL SOBRE LOSA	N.C.2.	INDICA NIVEL DE CUMBR
.L.A.P.	INDICA NIVEL DE LECHO ALTO DE PLAFÓN	N.P.	INDICA NIVEL DE PRETIL
.L.B.P.	INDICA NIVEL DE LECHO BAJO DE PLAFÓN	\leftarrow	INDICA CAMBIO DE NIVEL
.L.A.	INDICA NIVEL LECHO ALTO	x x	INDICA CORTE O FACHAD
L.B.	INDICA NIVEL LECHO BAJO	BAP.	INDICA BAJADA DE AGUA

CUADRO DE ÁREAS:

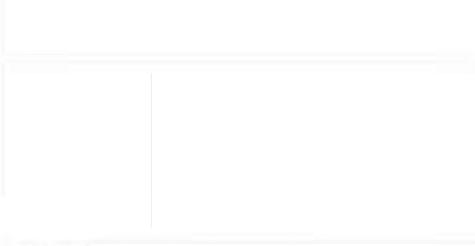

CENTRO CULTURAL "JOSÉ LUIS CUEVAS"

UBICACIÓN:

Calzada Desierto de los Leones #43 Col. San Ángel Del. Álvaro Obregón

PLANO:

Alzados y sección trasnsversal

FECHA: 8 junio,2011

ESCALA: 1:175

SINODALES: DR. ÁLVARO SÁNCHEZ DRA. MÓNICA CEJUDO ARQ. EDUARDO SCHUTTE ARQ. JAVIER SENOSIAIN

COTAS: metros




PROYECTÓ:


MARCOS SAMUEL MARTÍNEZ ARTEAGA







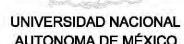

AUTONOMA DE MÉXICO

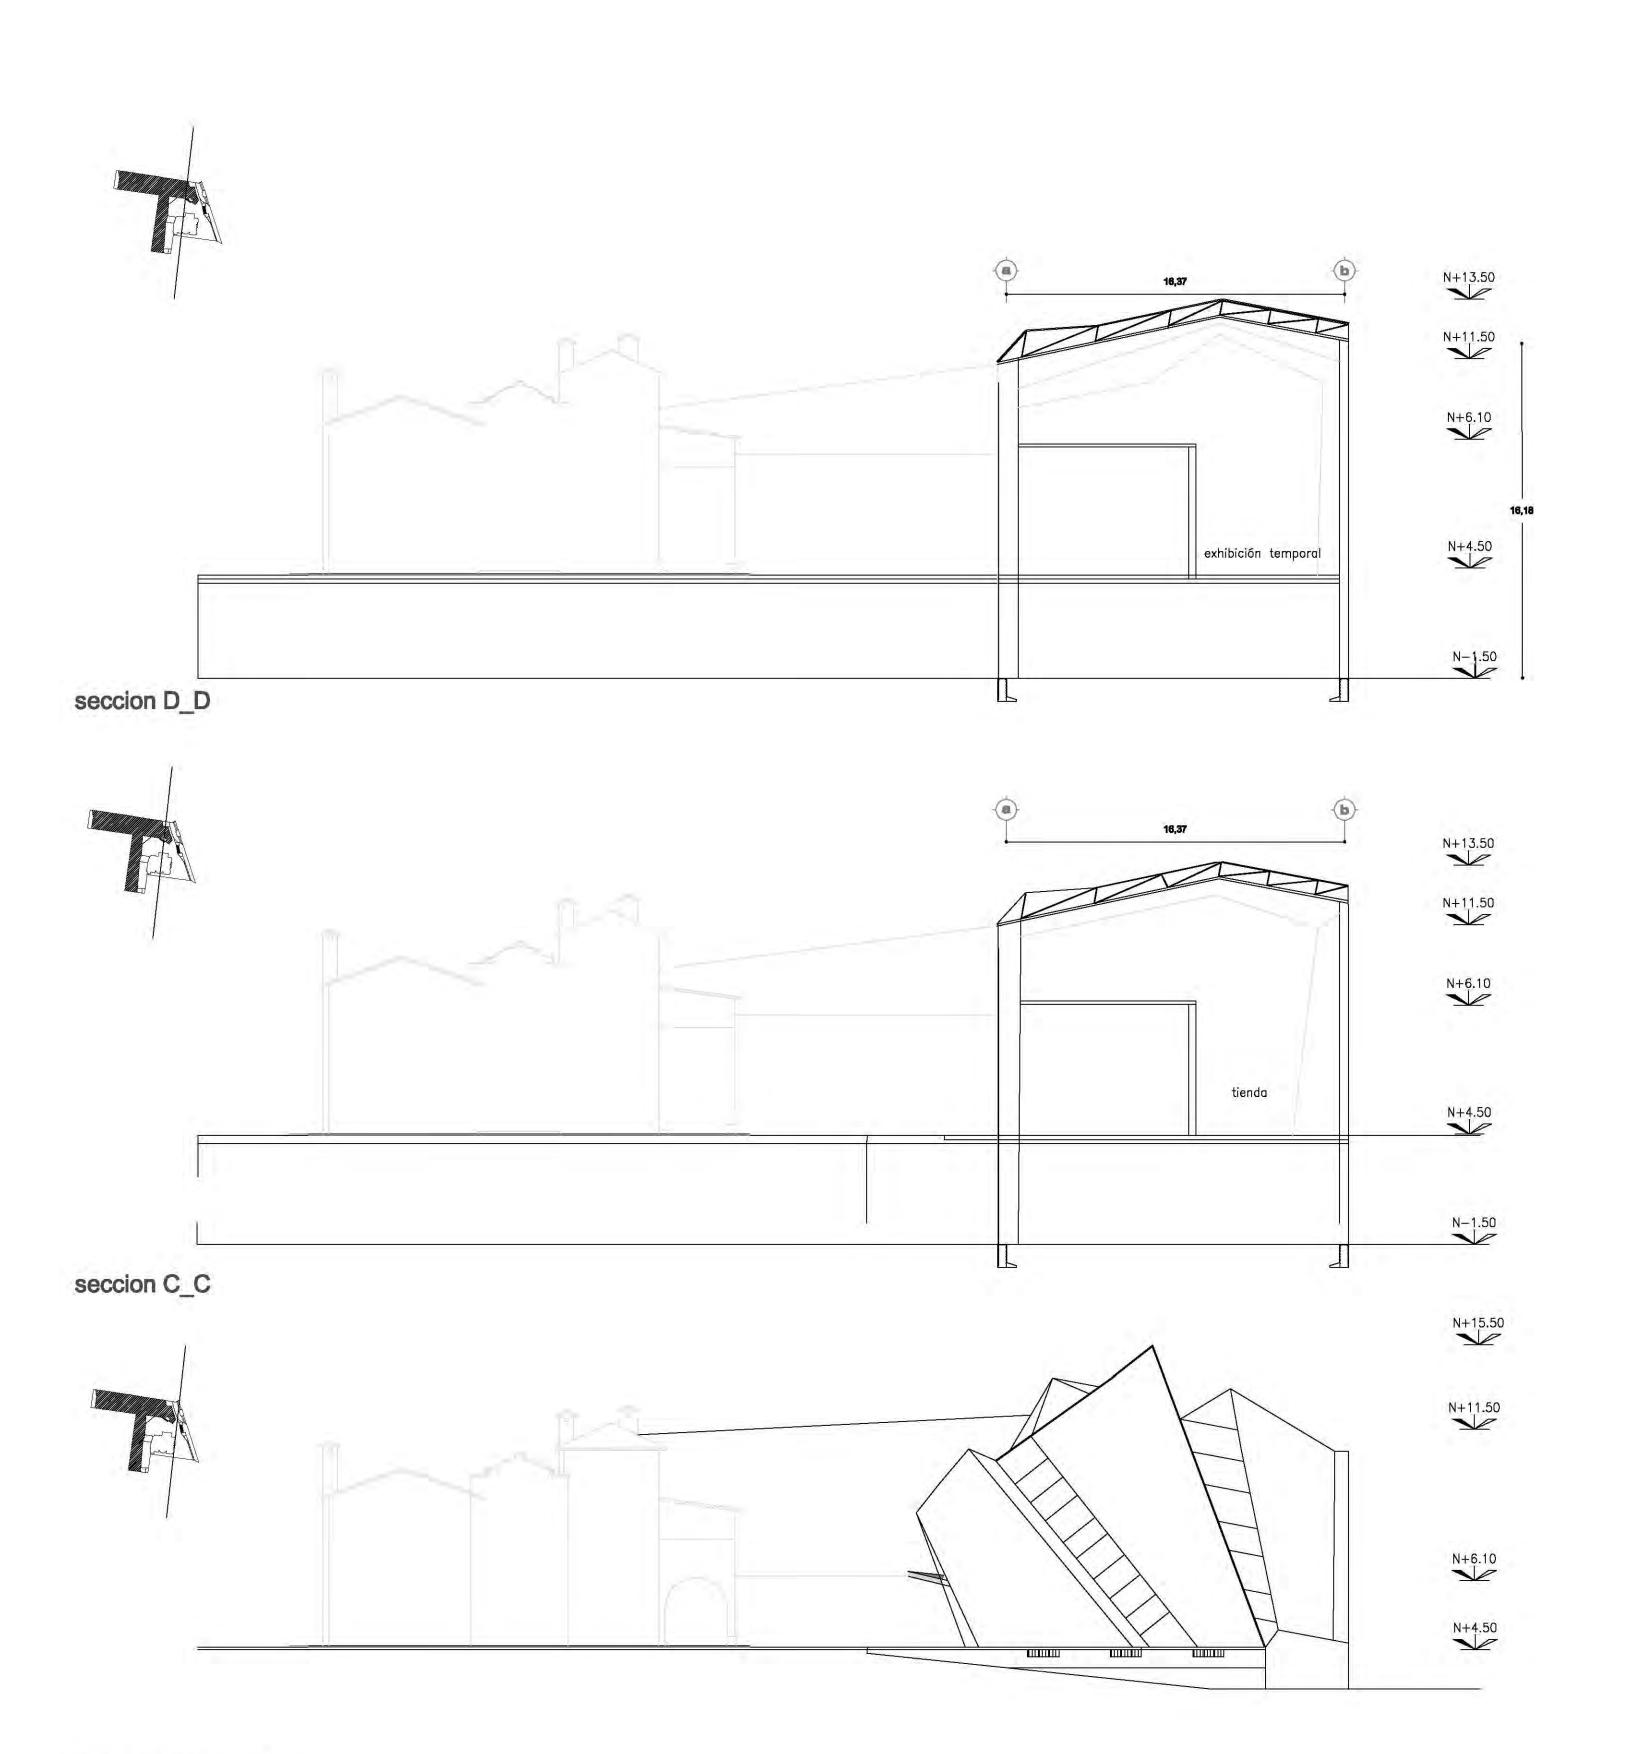


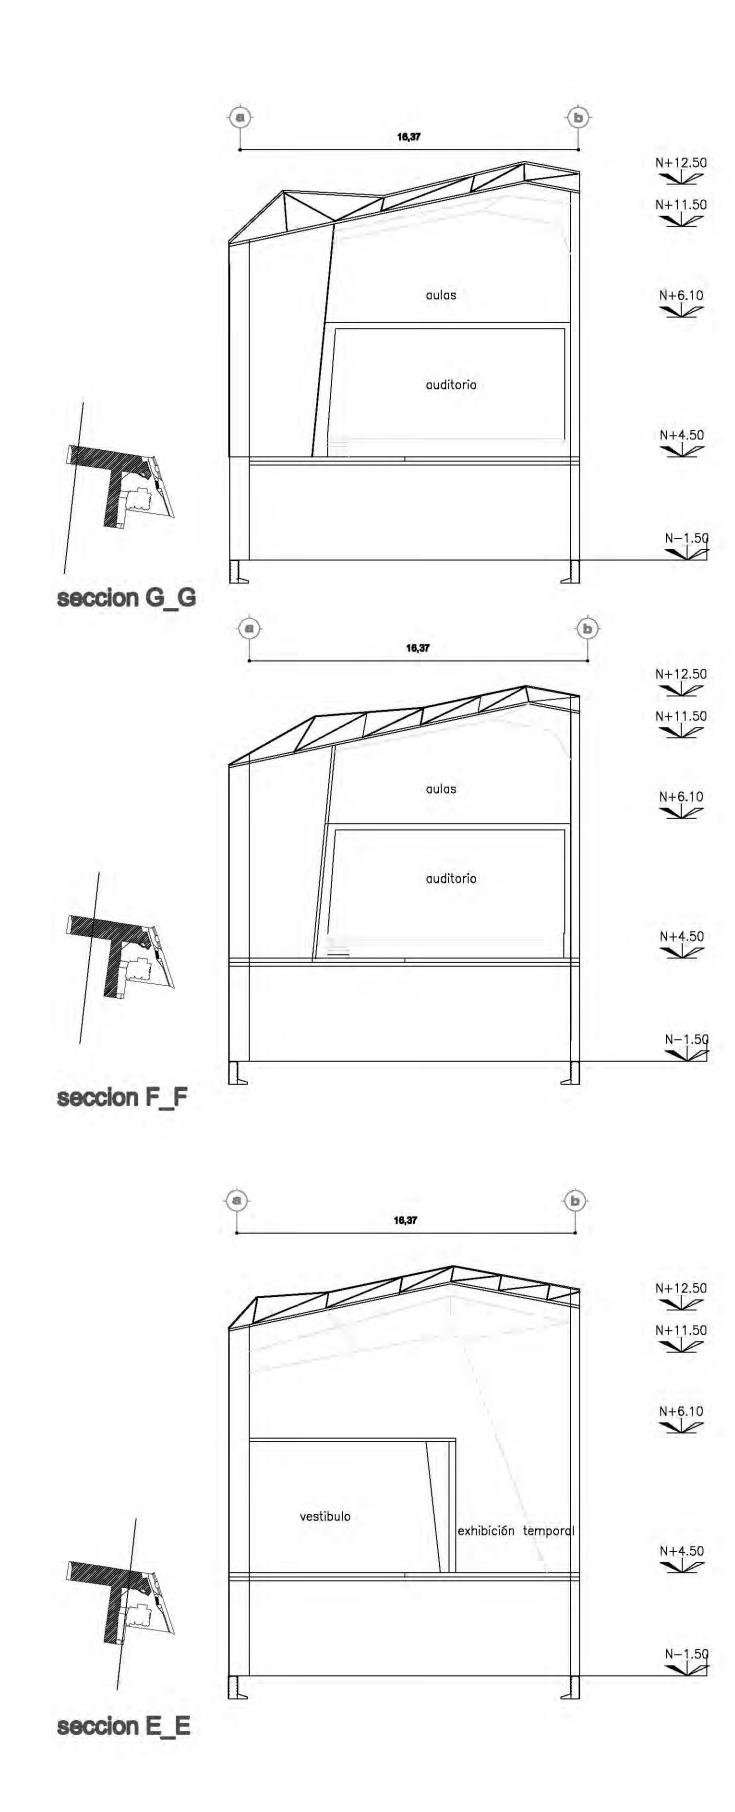

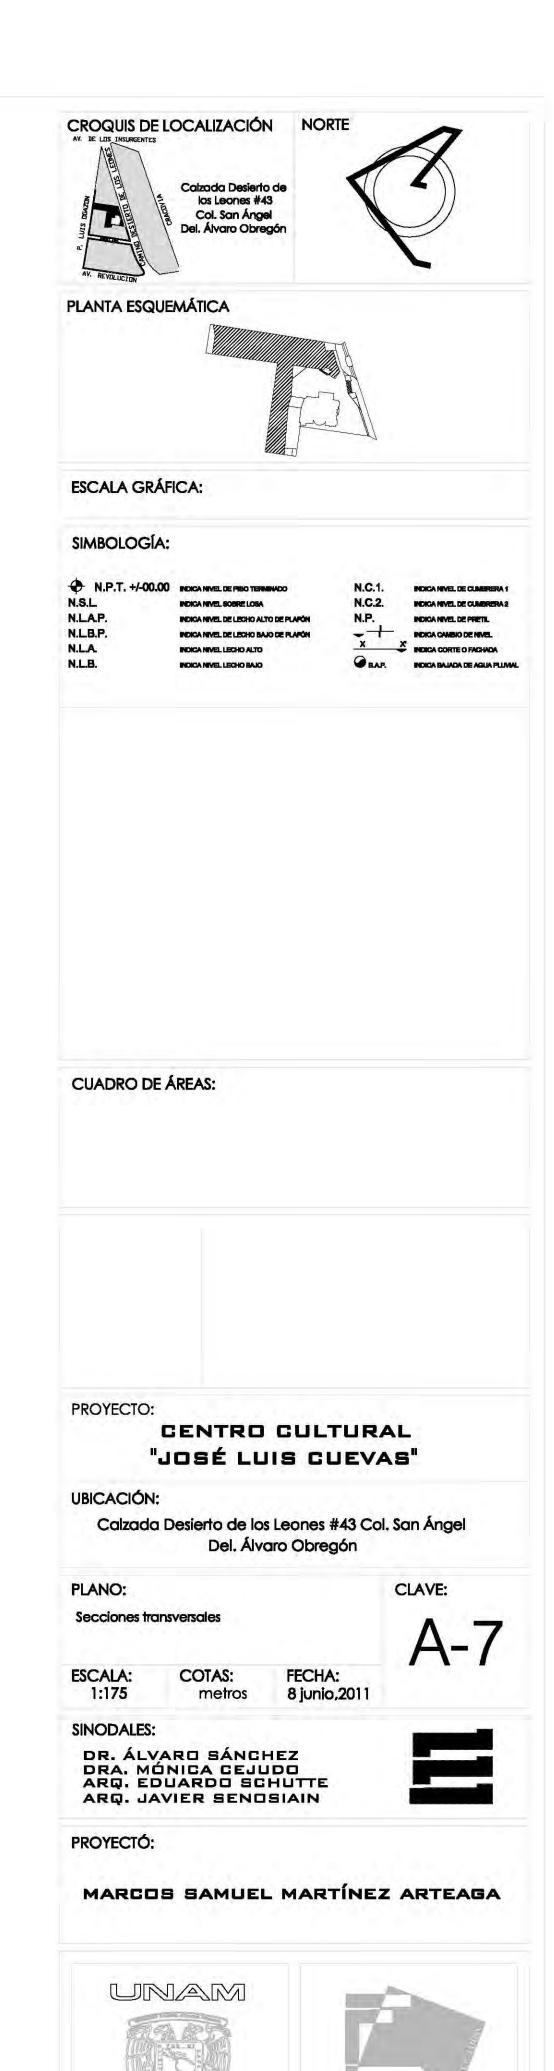

UNIVERSIDAD NACIONAL AUTONOMA DE MÉXICO FACULTAD DE ARQUITECTURA

secciones edificio a

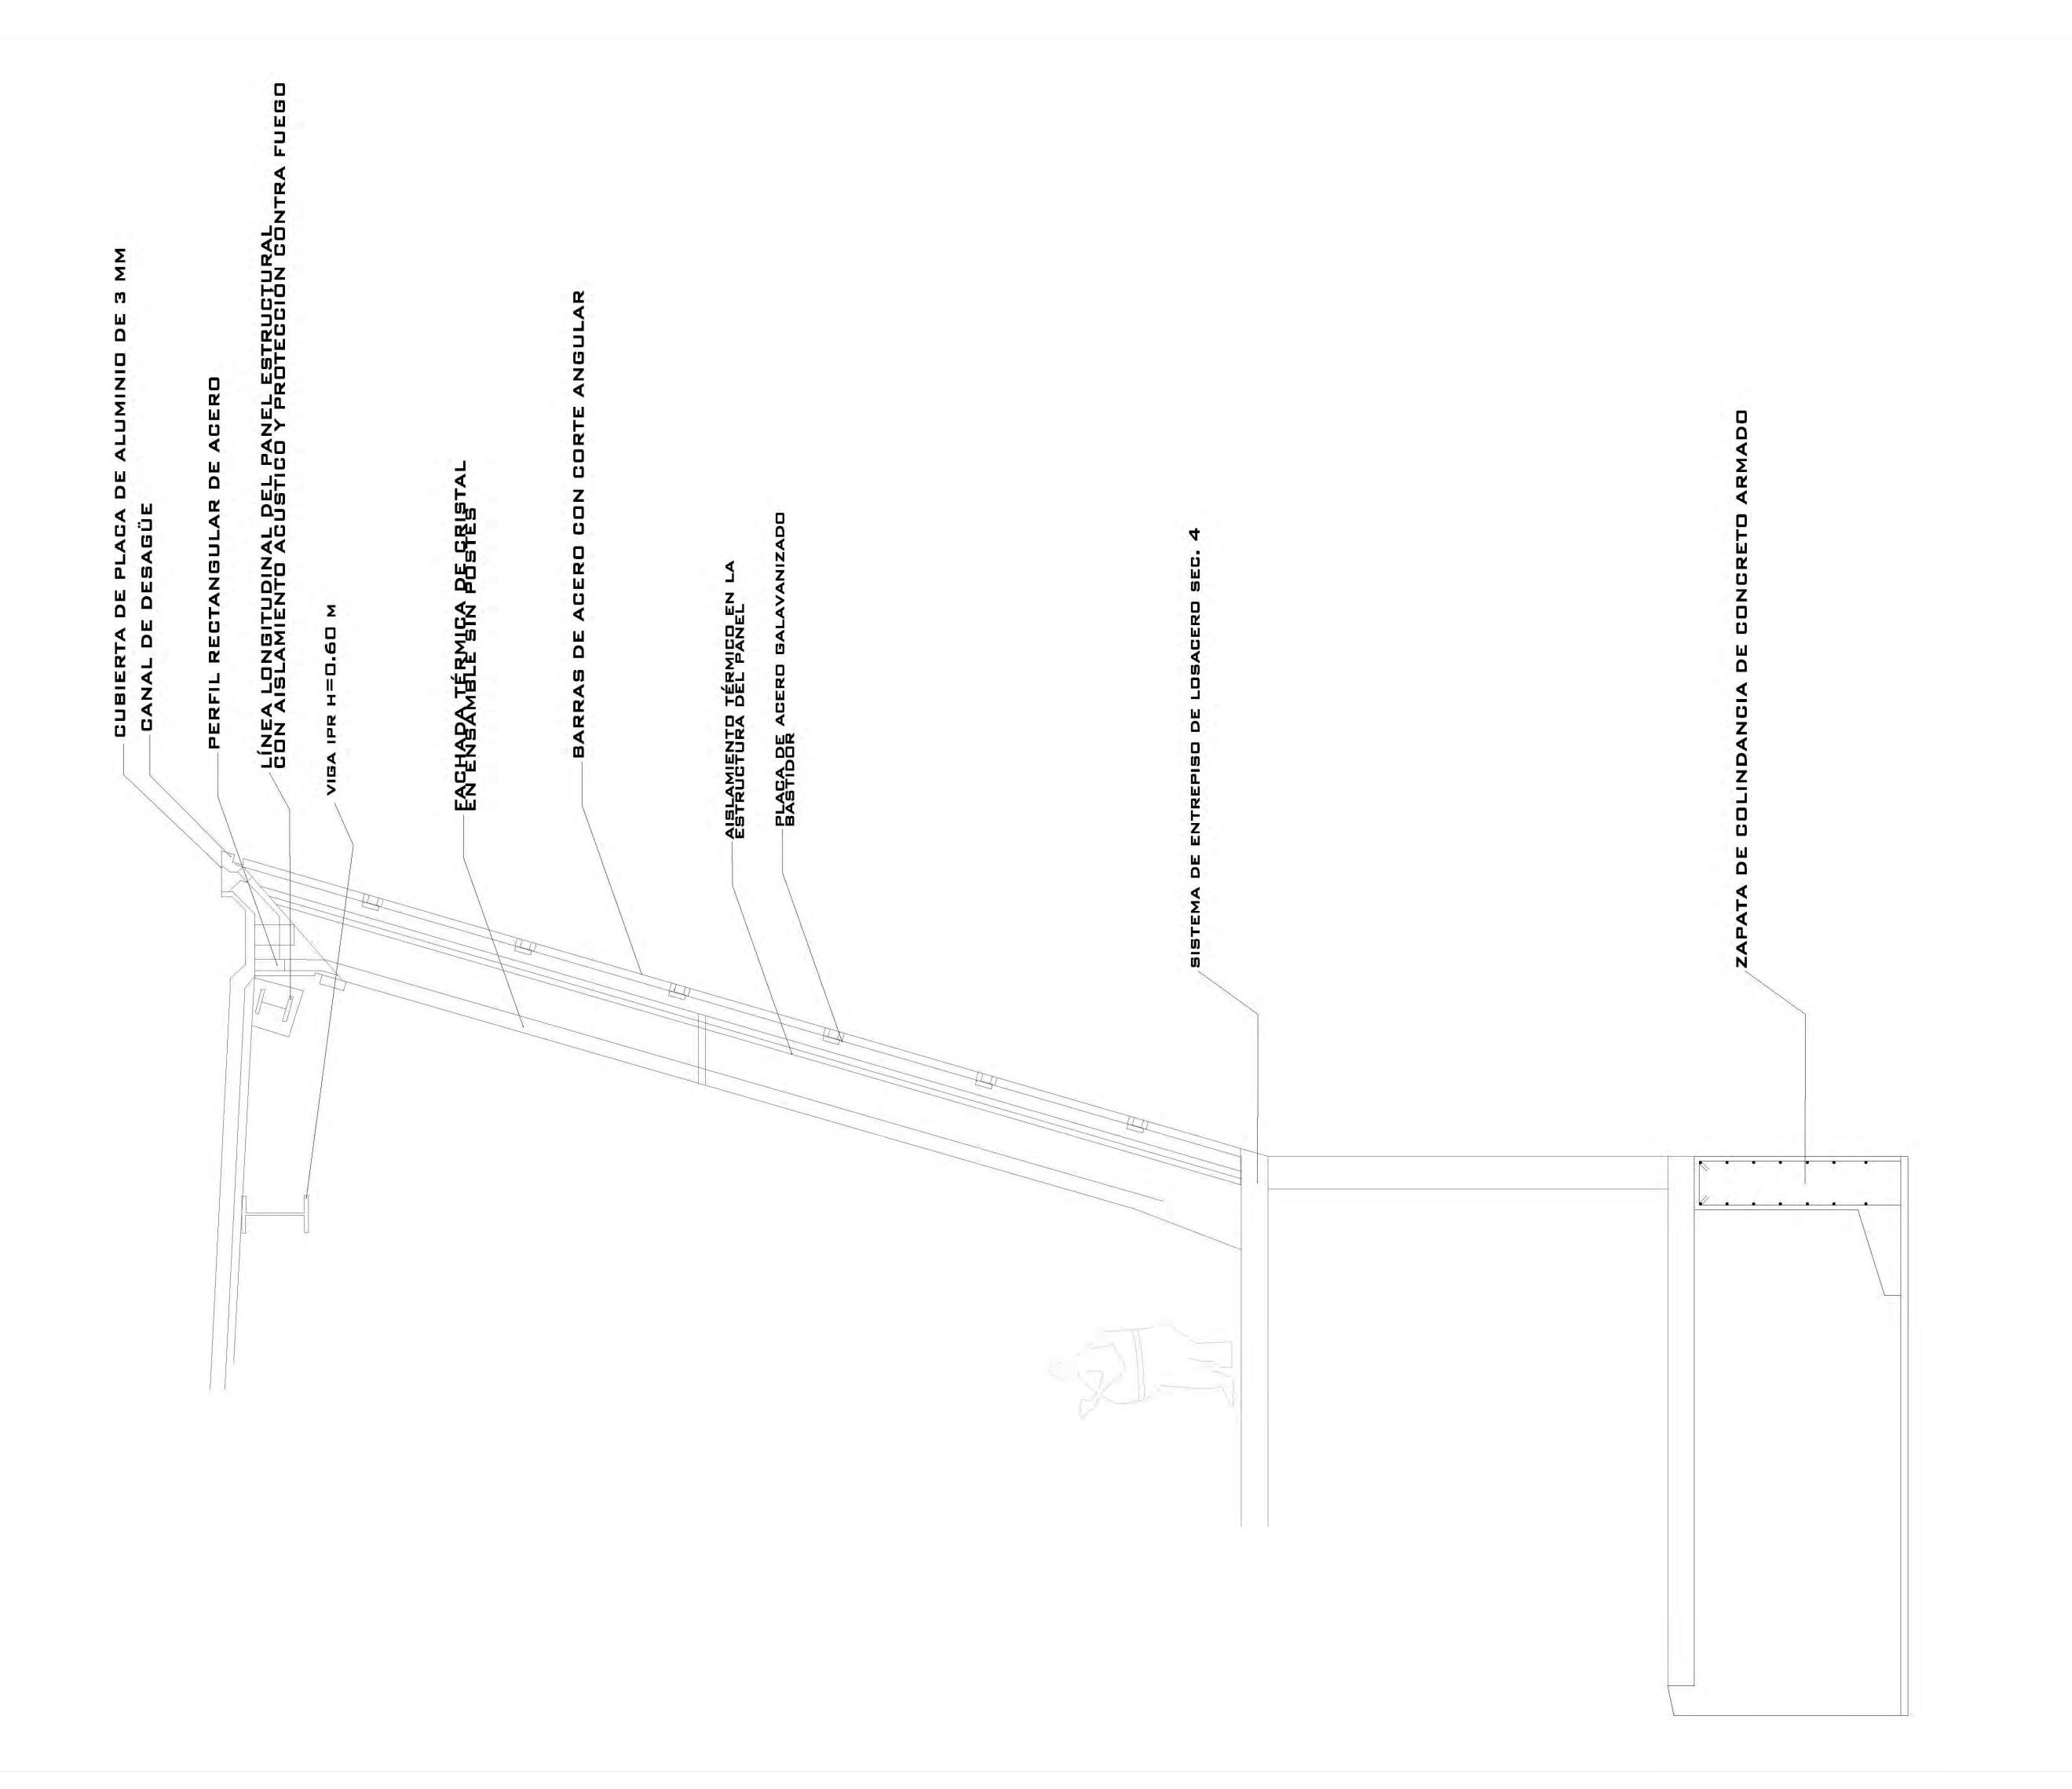



PLANTA ESQUEMÁTICA

INDICA CORTE O FACHADA

INDICA BAJADA DE AGUA PLUVIAL

ESCALA GRÁFICA:

SIMBOLOGÍA:

N.P.T. +/-00.00 INDICA NIVEL DE PISO TERMINADO INDICA NIVEL SOBRE LOSA INDICA NIVEL DE LECHO ALTO DE PLAFÓN INDICA NIVEL DE LECHO BAJO DE PLAFÓN INDICA NIVEL LECHO ALTO INDICA NIVEL LECHO BAJO

CUADRO DE ÁREAS:

PROYECTO:

CENTRO CULTURAL "JOSÉ LUIS CUEVAS"

UBICACIÓN:

Calzada Desierto de los Leones #43 Col. San Ángel Del. Álvaro Obregón

PLANO:

Corte por fachada

ESCALA: 1:175

FECHA: 8 junio,2011 metros

SINODALES:

DR. ÁLVARO SÁNCHEZ DRA. MÓNICA CEJUDO ARQ. EDUARDO SCHUTTE ARQ. JAVIER SENOSIAIN

PROYECTÓ:


MARCOS SAMUEL MARTÍNEZ ARTEAGA




FACULTAD DE

UNIVERSIDAD NACIONAL AUTONOMA DE MÉXICO


ARQUITECTURA

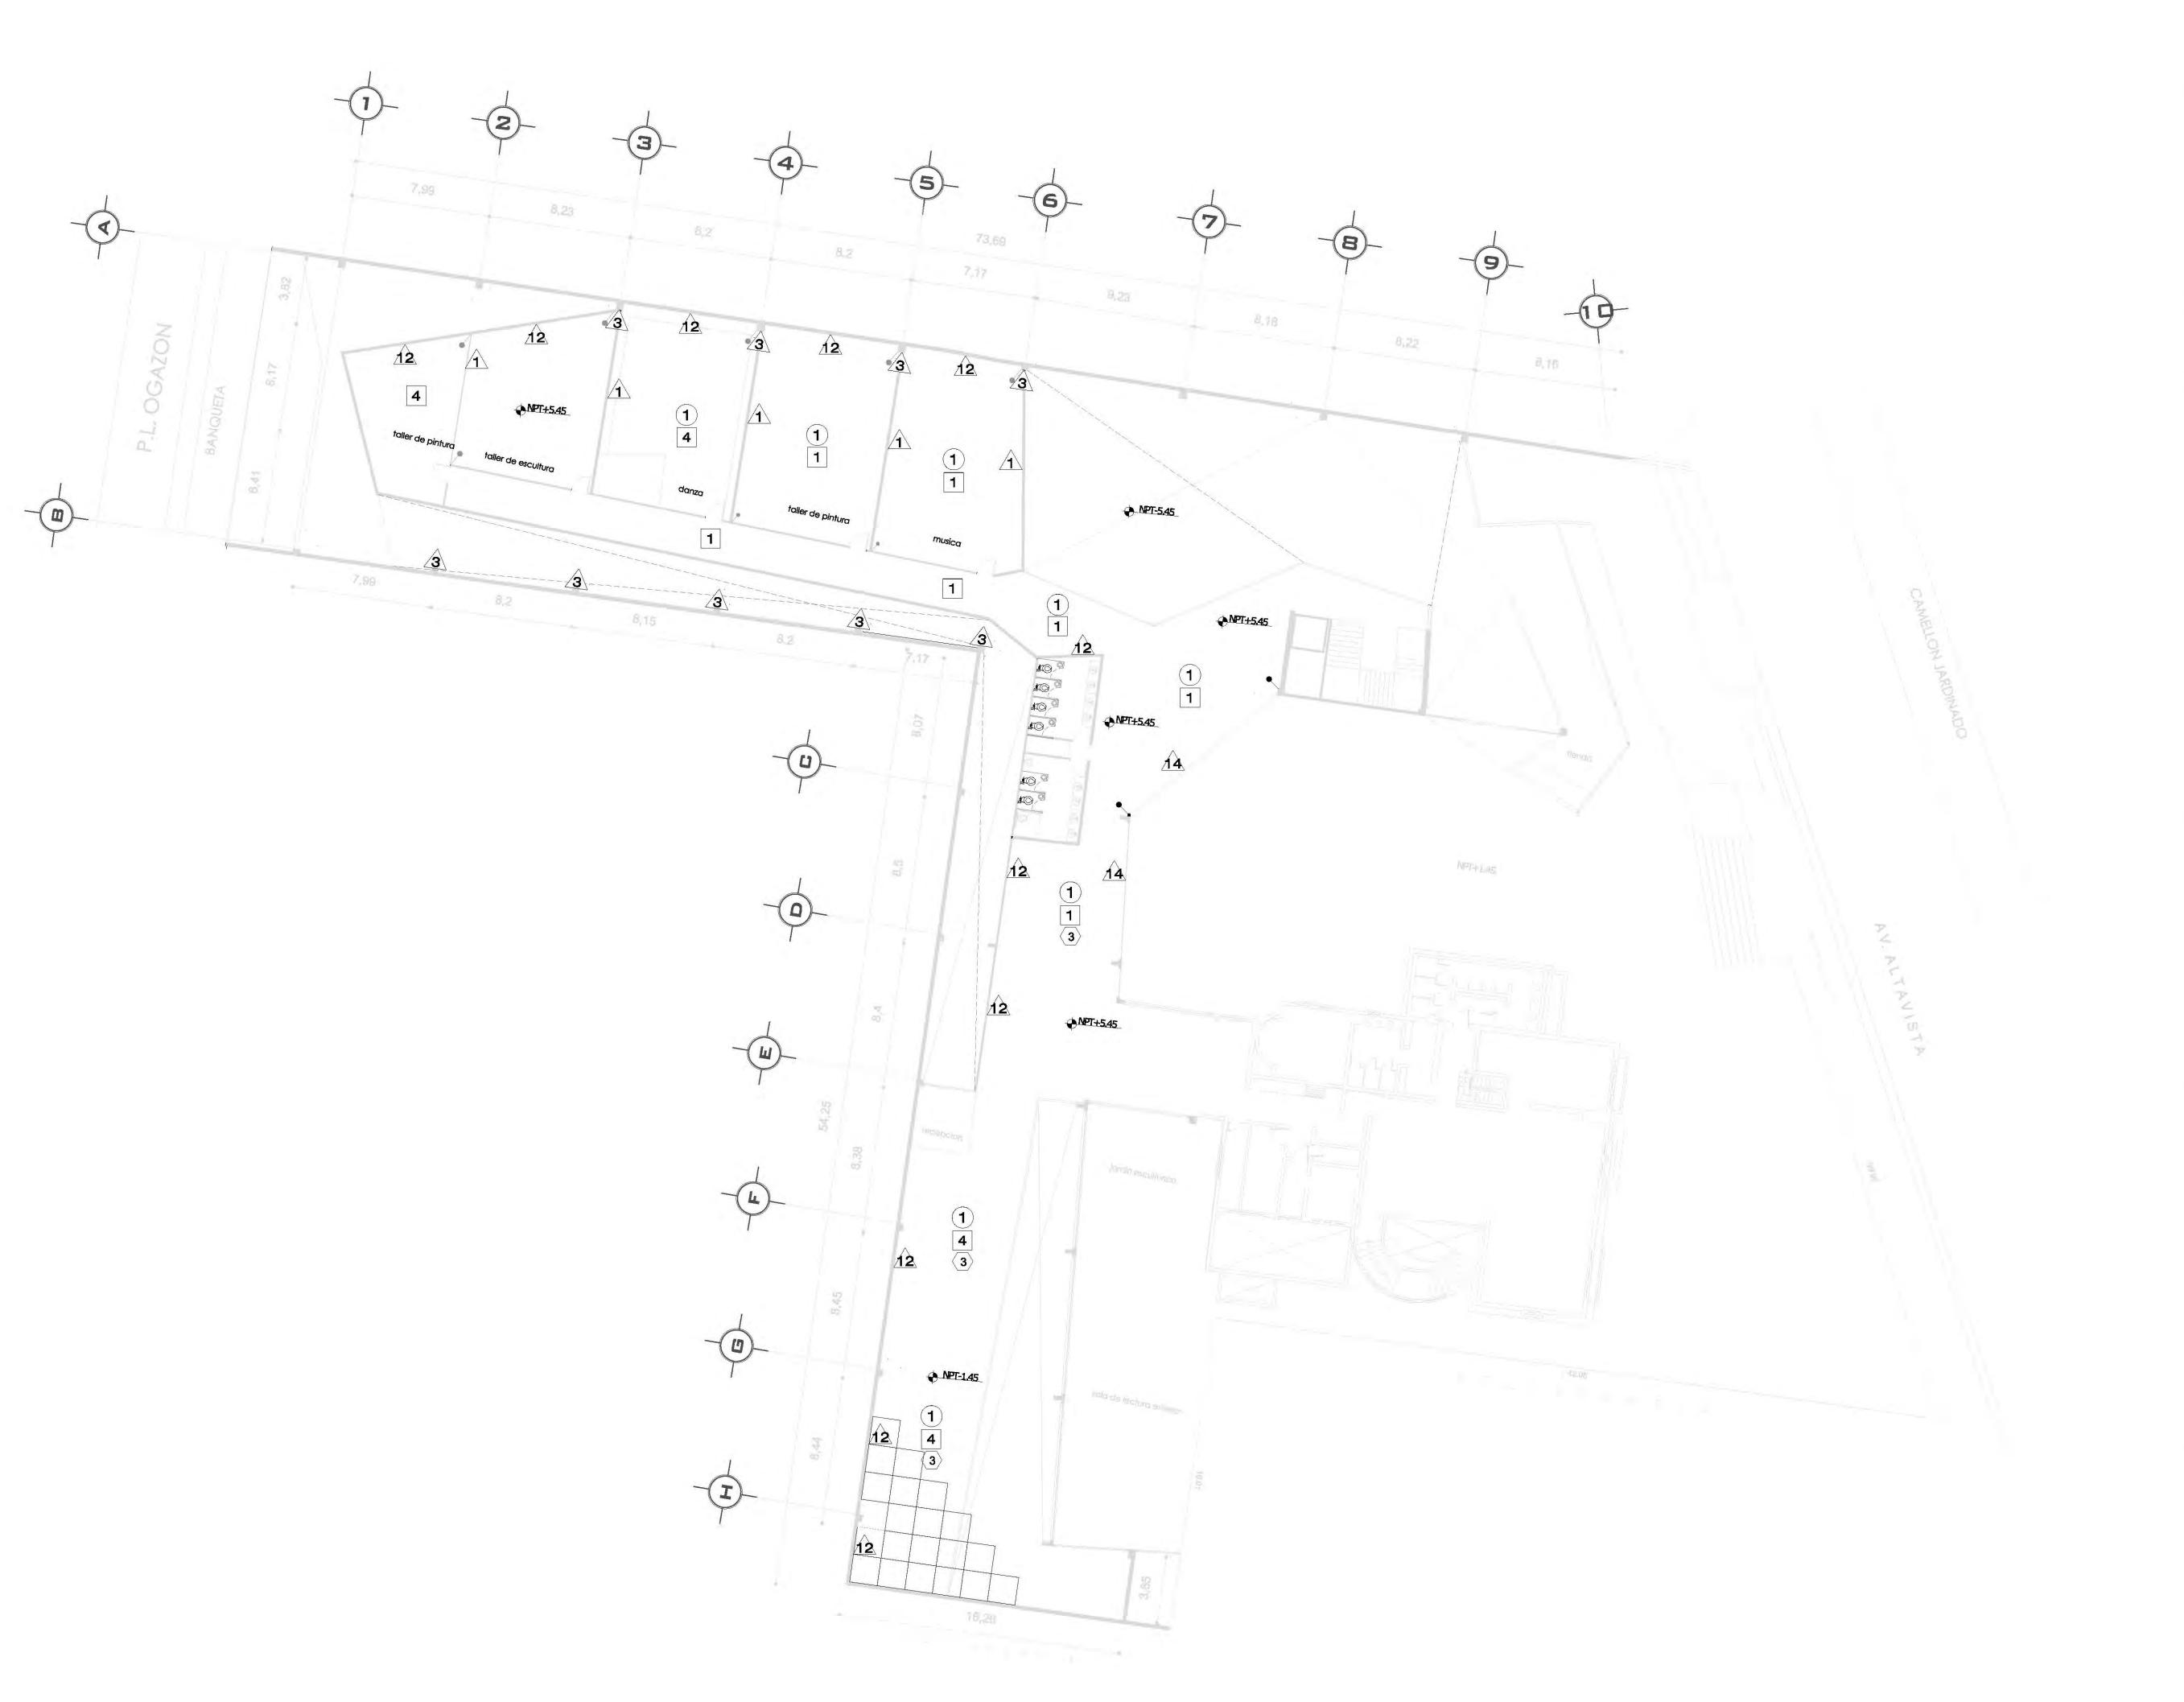

CROQUIS DE LOCALIZACIÓN NORTE Calzada Desierto de los Leones #43 Col. San Ángel
Del. Álvaro Obregón

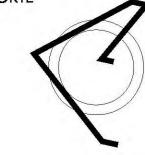

PLANTA ESQUEMÁTICA

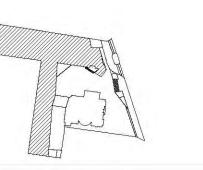

ESCALA GRÁFICA:

SIMBOLOGÍA:

N.F. 1. T/-00.00	INDICA NIVEL DE PISO TERMINADO	N.C.I.	INDICA NIVEL DE CUMBRERA
L	INDICA NIVEL SOBRE LOSA	N.C.2.	INDICA NIVEL DE CUMBRERA
A.P.	INDICA NIVEL DE LECHO ALTO DE PLAFÓN	N.P.	INDICA NIVEL DE PRETIL
B.P.	INDICA NIVEL DE LECHO BAJO DE PLAFÓN		INDICA CAMBIO DE NIVEL
A.	INDICA NIVEL LECHO ALTO	<u> </u>	INDICA CORTE O FACHADA
В.	INDICA NIVEL LECHO BAJO	BAP.	INDICA BAJADA DE AGUA PLU

CUADRO DE ÁREAS:

PROYECTO:

CENTRO CULTURAL "JOSÉ LUIS CUEVAS"

UBICACIÓN:

Calzada Desierto de los Leones #43 Col. San Ángel Del. Álvaro Obregón

PLANO:

Plano de acabados planta alta

COTAS: metros ESCALA: 1:175 FECHA: 8 junio,2011

SINODALES:

DR. ÁLVARO SÁNCHEZ DRA. MÓNICA CEJUDO ARQ. EDUARDO SCHUTTE ARQ. JAVIER SENOSIAIN




PROYECTÓ:

MARCOS SAMUEL MARTÍNEZ ARTEAGA




FACULTAD DE ARQUITECTURA

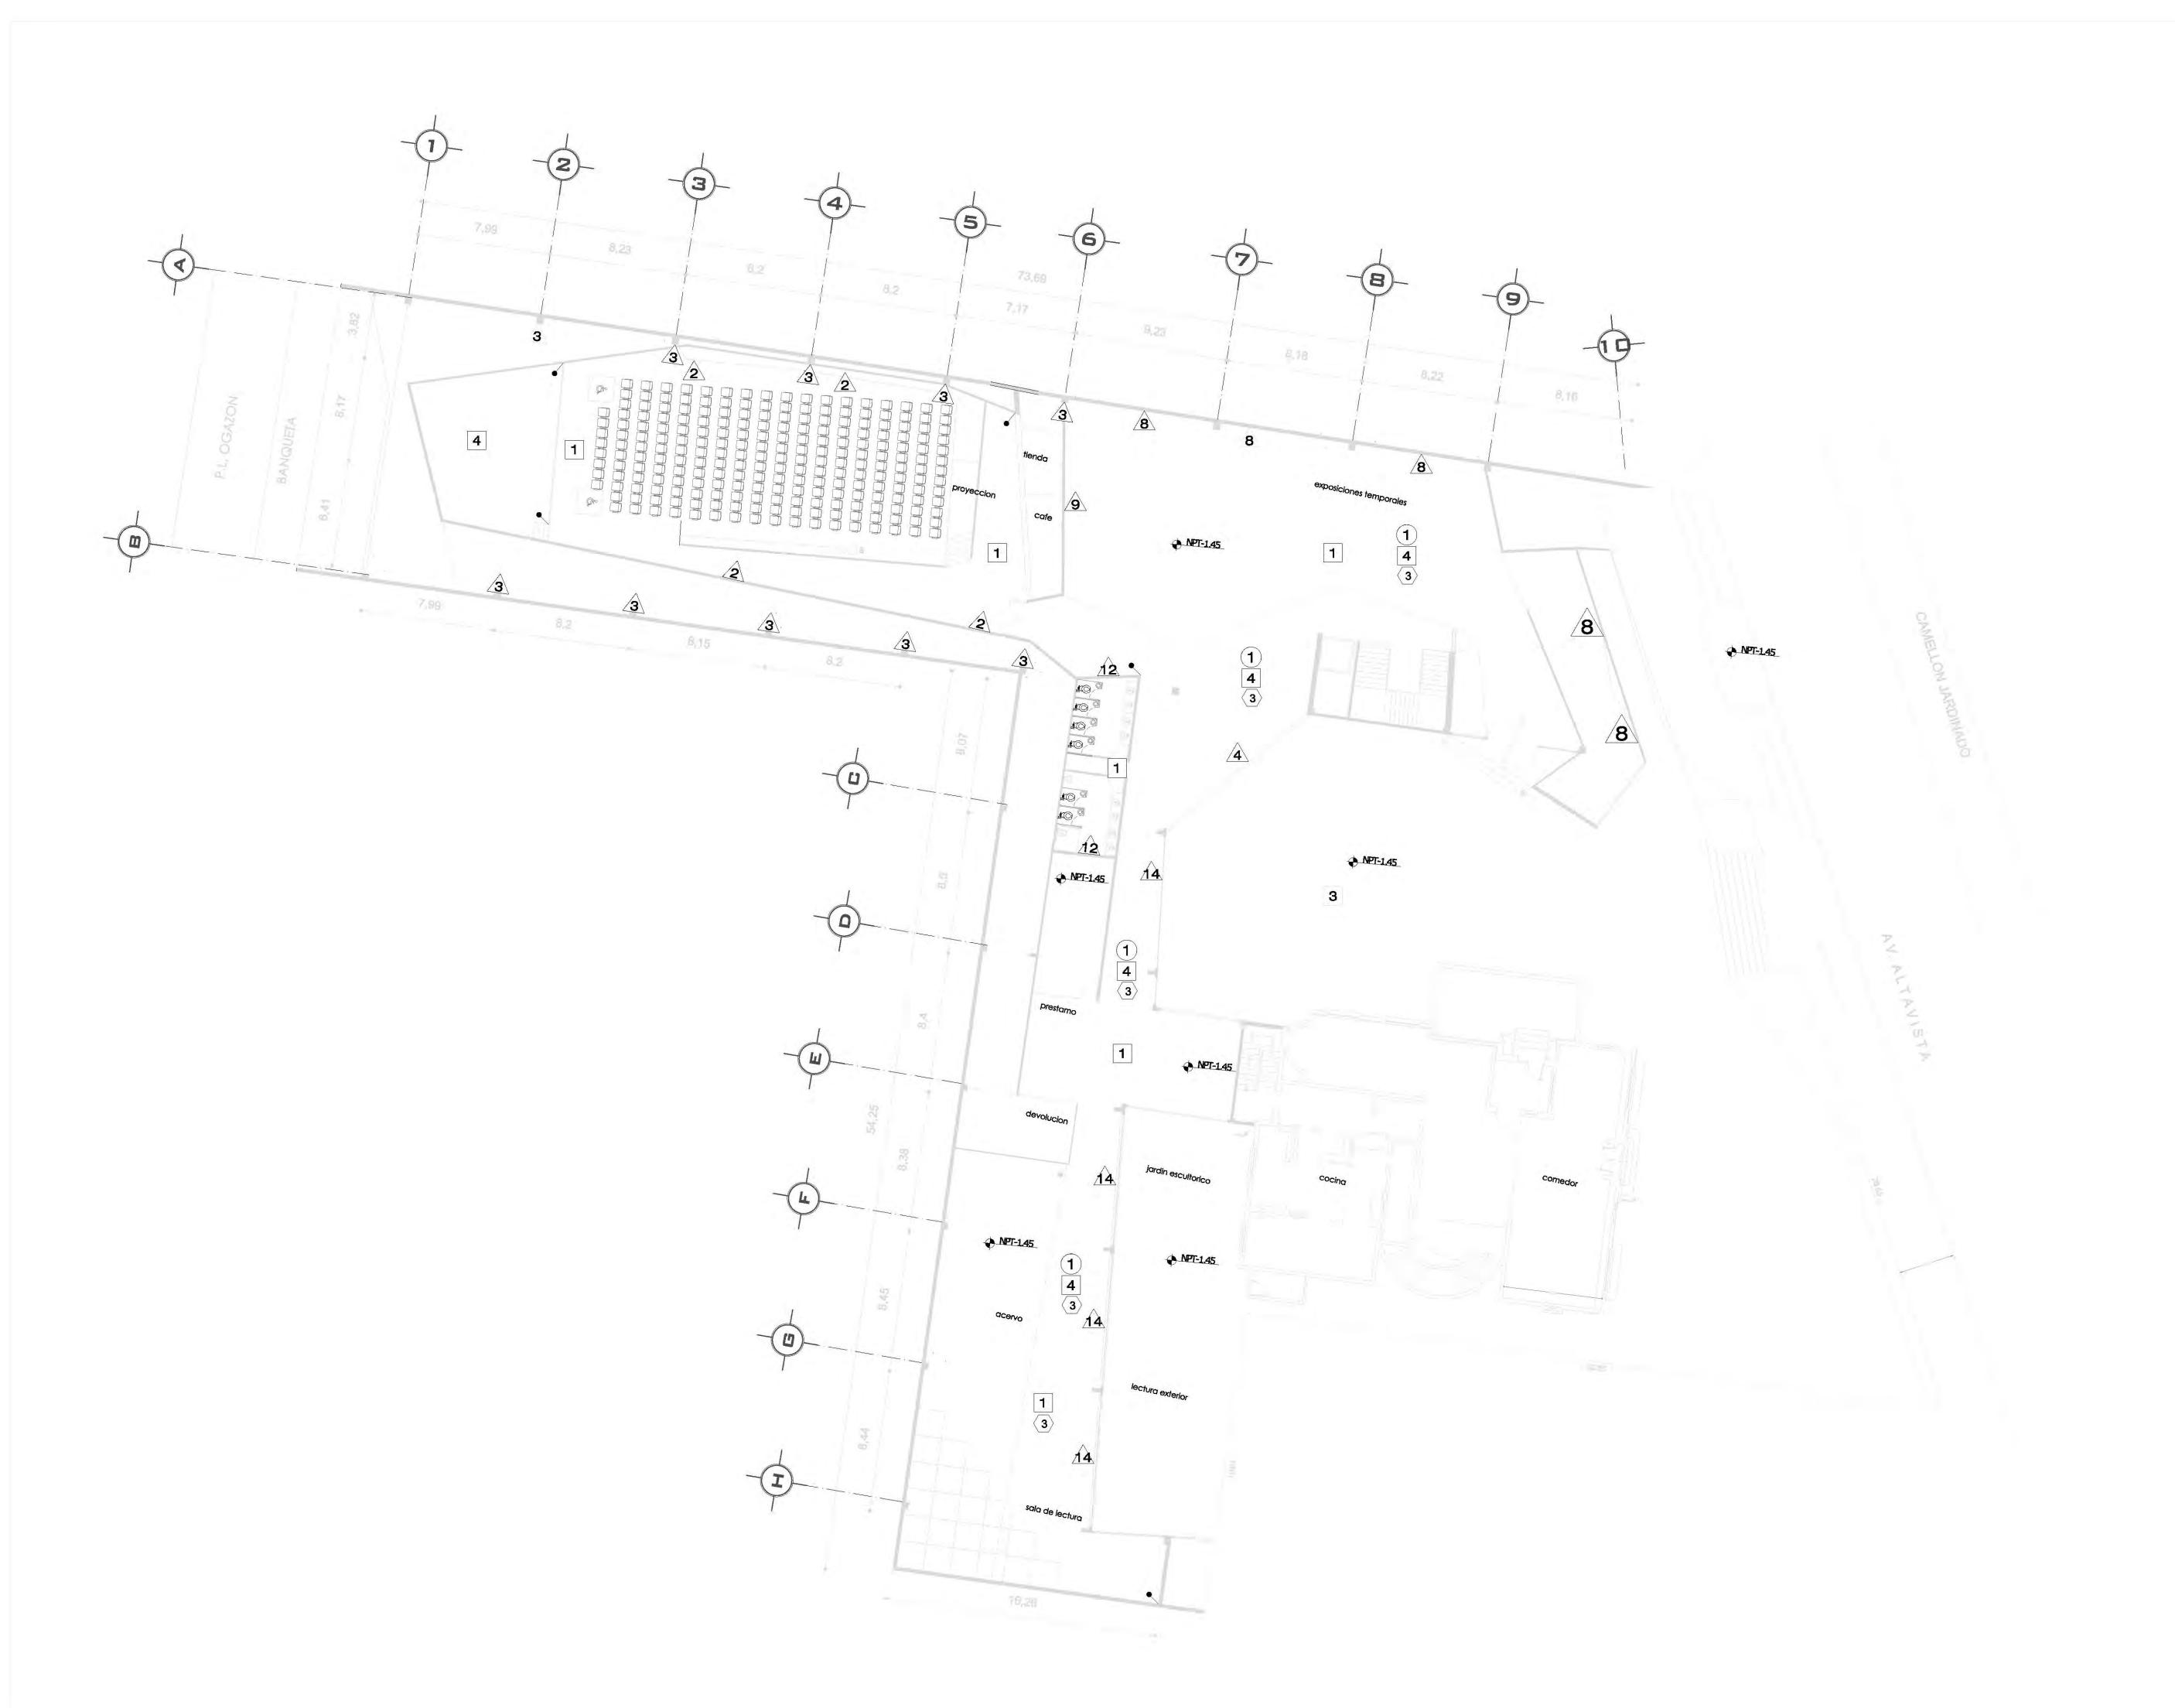



Calzada Desierto de los Leones #43 Col. San Ángel Del. Álvaro Obregón

PLANTA ESQUEMÁTICA

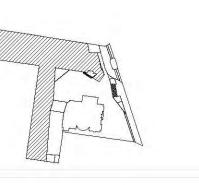

ESCALA GRÁFICA:

SIMBOLOGÍA:

N.P.T. +/-00.00	INDICA NIVEL DE PISO TERMINADO	N.C.1.	INDICA NIVEL DE CUMBREF
N.S.L.	INDICA NIVEL SOBRE LOSA	N.C.2.	INDICA NIVEL DE CUMBREF
N.L.A.P.	INDICA NIVEL DE LECHO ALTO DE PLAFÓN	N.P.	INDICA NIVEL DE PRETIL
N.L.B.P.	INDICA NIVEL DE LECHO BAJO DE PLAFÓN	-+	INDICA CAMBIO DE NIVEL
N.L.A.	INDICA NIVEL LECHO ALTO	<u>x</u> <u>x</u>	INDICA CORTE O FACHADA
N.L.B.	INDICA NIVEL LECHO BAJO	BAP.	INDICA BAJADA DE AGUA P

CUADRO DE ÁREAS:

PROYECTO:

CENTRO CULTURAL "JOSÉ LUIS CUEVAS"

UBICACIÓN:

Calzada Desierto de los Leones #43 Col. San Ángel Del. Álvaro Obregón

PLANO:
Plano de acabados planta baja

AC-

ESCALA: COTAS: FECHA: 1:175 metros 8 junio,2011

SINODALES:

DR. ÁLVARO SÁNCHEZ DRA. MÓNICA CEJUDO ARQ. EDUARDO SCHUTTE ARQ. JAVIER SENOSIAIN




PROYECTÓ:


MARCOS SAMUEL MARTÍNEZ ARTEAGA






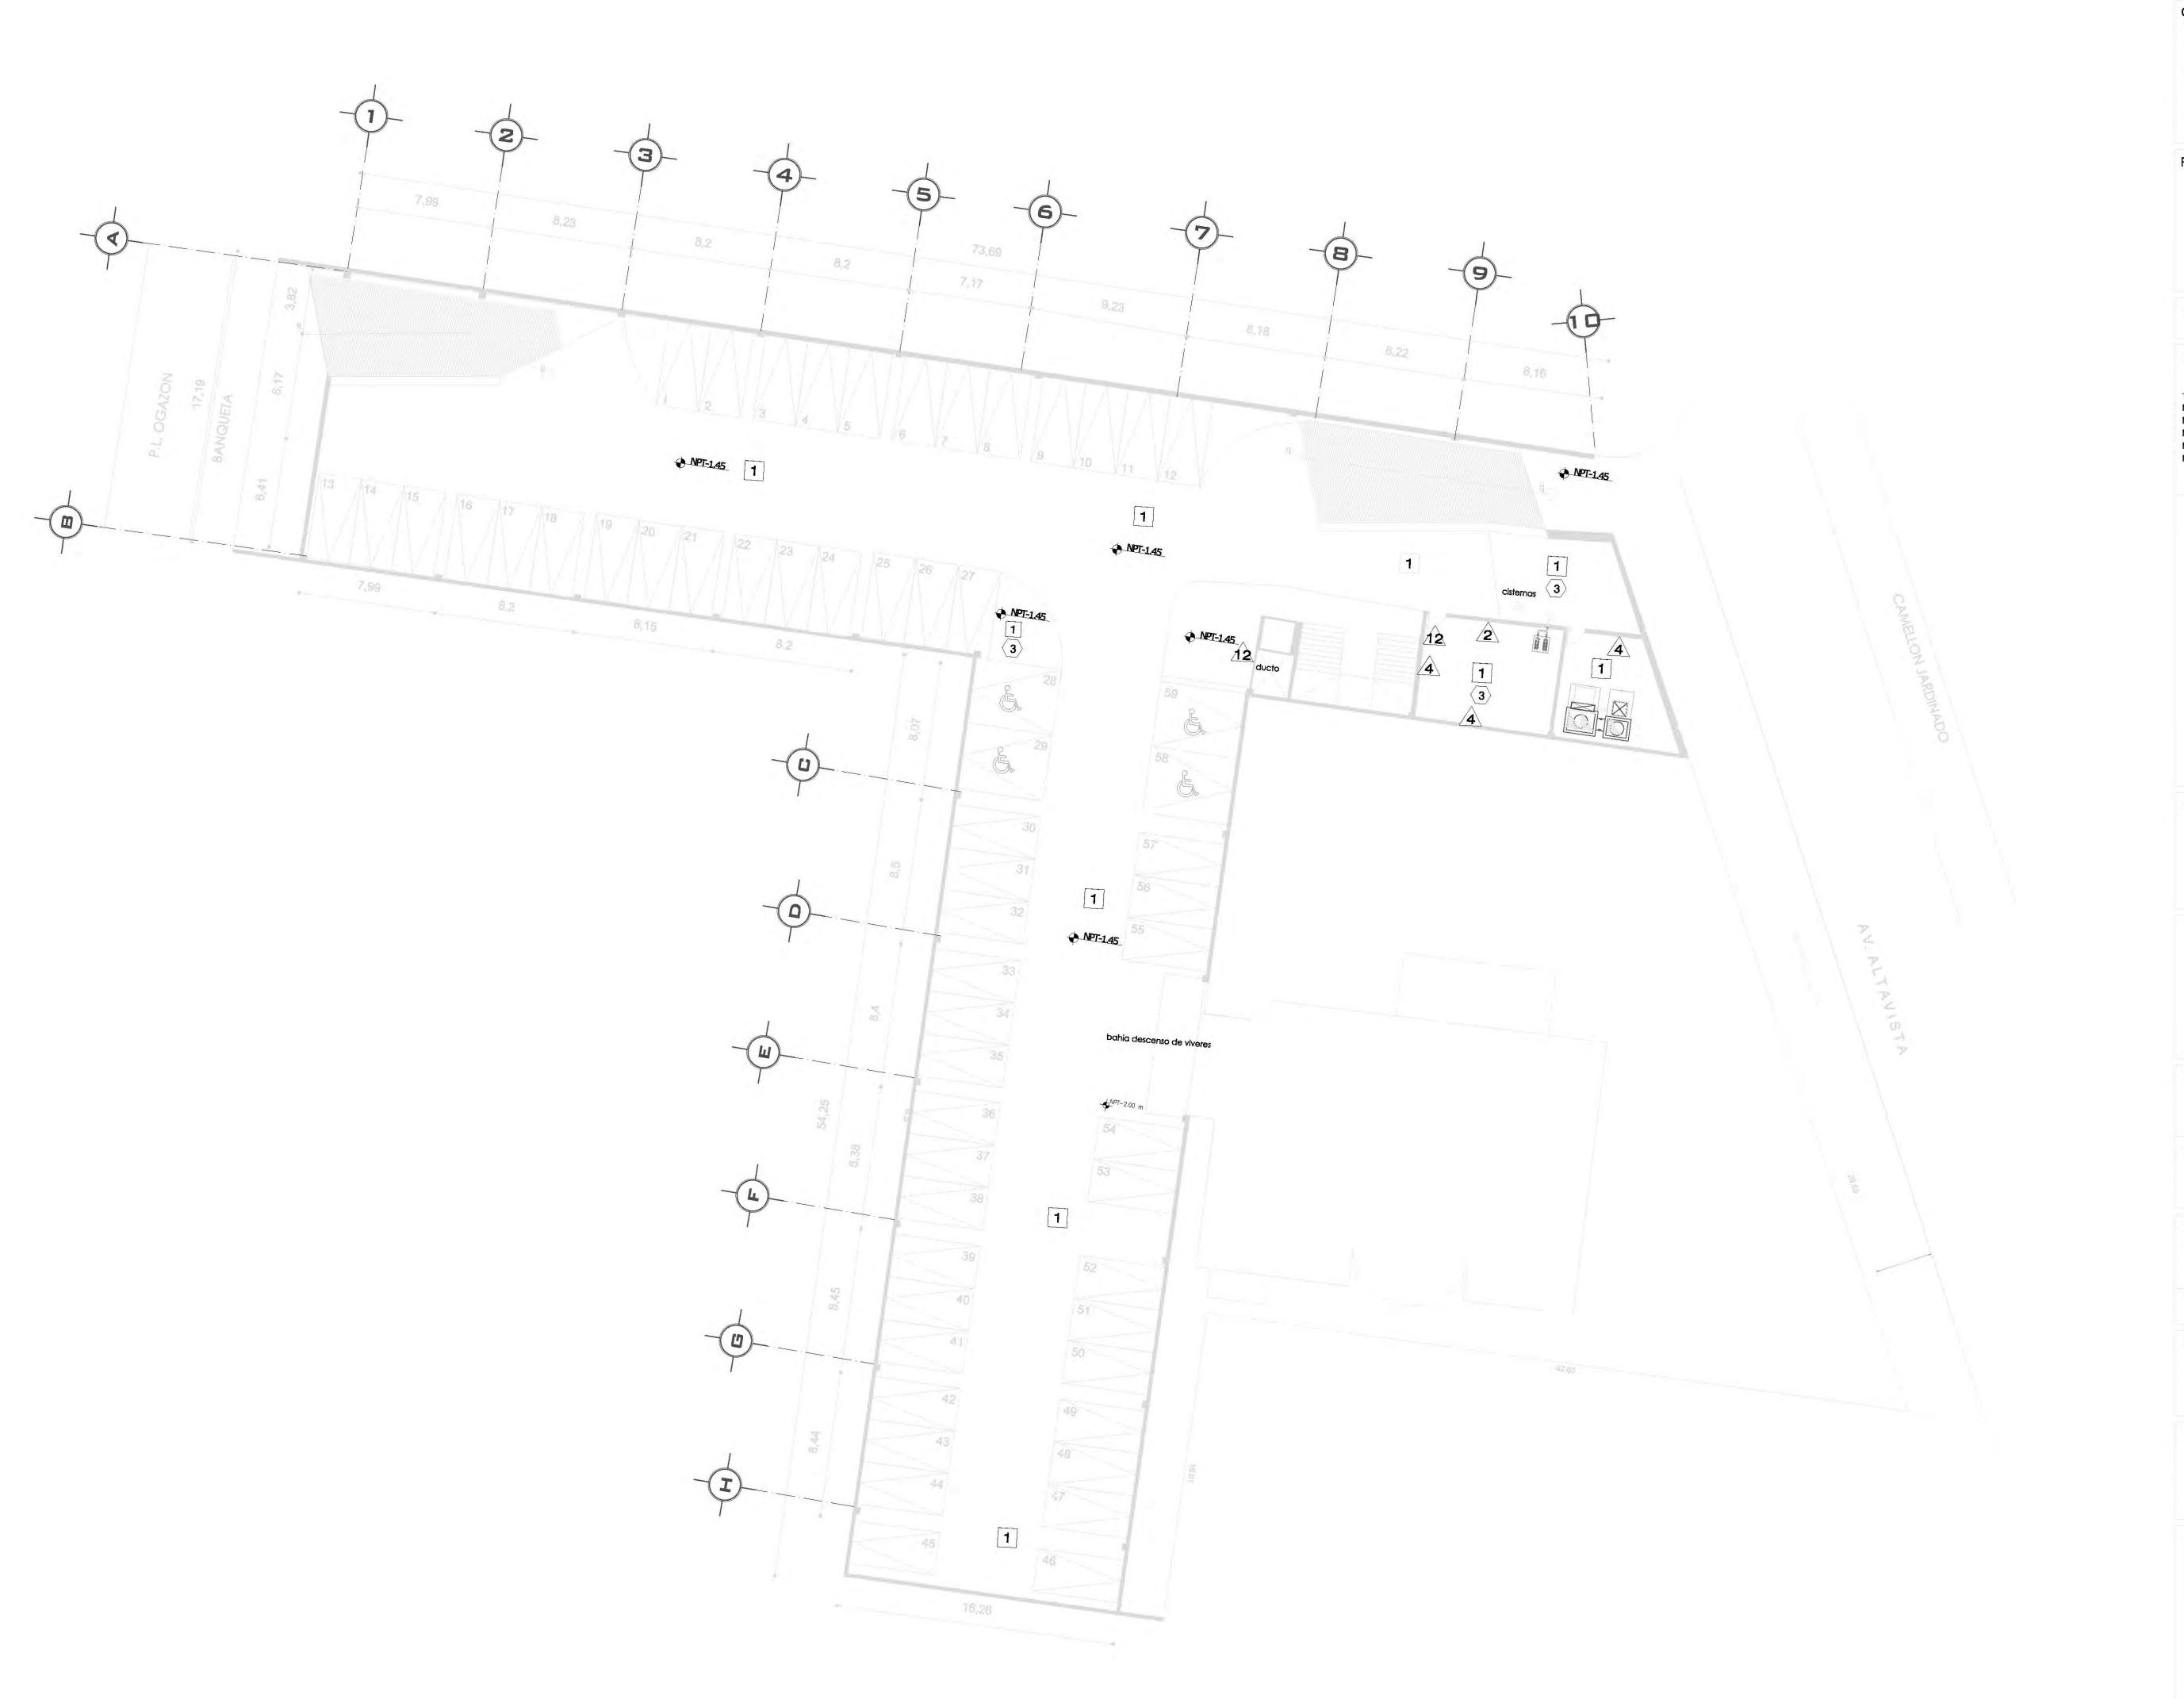



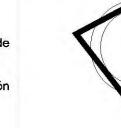

PLANTA ESQUEMÁTICA

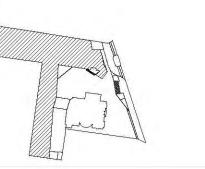

INDICA CAMBIO DE NIVEL X' INDICA CORTE O FACHADA

INDICA BAJADA DE AGUA PLUVIAL

ESCALA GRÁFICA:

(C) (C)	C / N - 17 3		
1 4 4		OG	A .
NIW	DI 11	1 11 7	A

• N.P.T. +/-00.00	INDICA NIVEL DE PISO TERMINADO	1
N.S.L.	INDICA NIVEL SOBRE LOSA	1
N.L.A.P.	INDICA NIVEL DE LECHO ALTO DE PLAFÓN	1
N.L.B.P.	INDICA NIVEL DE LECHO BAJO DE PLAFÓN	-
N.L.A.	INDICA NIVEL LECHO ALTO	-
N.L.B.	INDICA NIVEL LECHO BAJO	(

7-2		Sec. 5-20	and the	-	- 2
	IAD			AD	
	AL	RU	1 15	AK	
~	,, ,,,,,,,,,,,,,,,,,,,,,,,,,,,,,,,,,,,,			, ,,,	

PROYECTO:

CENTRO CULTURAL "JOSÉ LUIS CUEVAS"

UBICACIÓN:

Calzada Desierto de los Leones #43 Col. San Ángel Del. Álvaro Obregón

PLANO:

Plano de acabados estacionamiento

ESCALA: 1:175 COTAS: metros FECHA: 8 junio,2011

SINODALES:

DR. ÁLVARO SÁNCHEZ DRA. MÓNICA CEJUDO ARQ. EDUARDO SCHUTTE ARQ. JAVIER SENOSIAIN



PROYECTÓ:


MARCOS SAMUEL MARTÍNEZ ARTEAGA






PISOS	PLAFONES	Indica nivel de plafón a partir de N.P.T.	△ MUROS	• Indica cambio de material.	TECHOS Y CUBIER	「AS
ACABADO	ACABADO		ACABADO		ACABADO	
Losa existente, con firme de concreto lavado , reforzado con malla electrosoldada 6x6 10-10, sobre relleno de tezontle hasta alcanzar nivel de proyecto; y acabado final de piso de concreto pulido	Estructura metálica cuadrada hecha a base de placa de acero, cona cabado primario carboguard 888 marca Carboline color rojo óxido y recubrimiento carbothane 134 HG color gris oxford (ver proyecto estructural) para recibir recubrimiento de panel de lámina de acero galvanizado prepintado, mca. METECNO modelo SUPER WALLL FLAT cal. 24 de 2½ de espesor de dimensiones 1.00 m X 6.60m, fijo a monten de carga de 3" X¼ de espesor @ 1.00m. (ver plano de		Muro a base de panel prefabricado VIVA BOARD de $2\frac{1}{2}$ " de espesor, de dimension variable, sobre bastidor fijo a pretil existente de PTR de 2" con travesaños @1.00m en ambos sentidos, con fijación oculta a base de tornillos autoroscantes de $\frac{1}{4}$ "@ 0.97 m máximo.	MUuro de concreto armado aplanado	Cubierta de panel de lámina de acero galvanizado prepintado mca. METECNO modelo SUPERWALLL FLAT cal. de $2\frac{1}{2}$ " de espesor de dimensiones 1.00 m X 6.60 m, sobre monten de carga 3" X_4^1 " de espesor @ 1 m.	
	albañilería).		Muro a base de panel prefabricado VIVA BOARD de $2\frac{1}{2}$ " de espesor,ACABADO MADERA. de dimension variable, sobre bastidor fijo a pretil existente de PTR de 2" con travesaños @1.00m en ambos sentidos, con fijación oculta a base de tornillos autoroscantes de $\frac{1}{4}$ "@ 0.97 m máximo.		proyecto estru- a base de cap de ¼", capa ni	concreto armado, de 0.15m de espesor (ver ctural) y sistema de losa naturada, marca SIKA oa niveladora DensDeck, panel fibrorreforzado veladora Sarnafelt NWP-HD, capa Sarnafil F6010-12 de 1.5 mm con traslapes
		Columna metálica formada en placa de acero, de sección variable, con acabado primario carboguard 888 marca Carboline color rojo óxido y recubrimiento carbothane 134 HG color gris oxford. (ver planos estructurales y albañilería).		unidos por termo fusion y capa de drenaje Samafil Dr Composite de ½", con capa de tierra vegetal siguien especificaciones.		
			Panel de fibrocemento una cara de 1.22m x 2.44m siguiendo despiece, montado sobre bastidor de perfil tubular cuadrado de 2" con travesaños @1.00m en ambos sentidos marca Vivaboard de 16mm, fijos con tornillos broca avellanador de 1½" @ 0.30m máximo, con sellador elástico no endurecible en arranque y esquinas, juntas a media caja, resanador sobre tornillos, color gris (natural), SMA. (ver plano de albañilería)		despiece, mar cara fijo con c 1", sobre ángul estructurales),	ristal (acrílico) claro laminado 12 +12 siguiendo ca saint-gobain con pelicula esmerilada por inta norten modelo nourmount 2000 v 2030 de o de $1\frac{1}{2}$ " x $1\frac{1}{2}$ ", fijo a IPR de 6", (ver plano con primario carboguard 888 marca carboline recubrimiento carbothane 134 HG color gris
			Panel de fibrocemento a dos caras de 1.22m x 2.44m siguiendo despiece, montado sobre bastidor de perfil tubular cuadrado de 2" con travesaños @1.00m en ambos sentidos marca Vivaboard de 16mm, fijos con tornillos broca avellanador de 1¼" @ 0.30m máximo, con sellador elástico no endurecible en arranque y esquinas, juntas a media caja, resanador sobre tornillos, color gris (natural), SMA.			


CROQUIS DE LOCALIZACIÓN NORTE

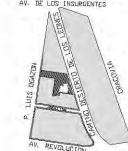

Calzada Desierto de los Leones #43 Col. San Ángel Del. Álvaro Obregón

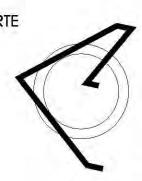

PLANTA ESQUEMÁTICA

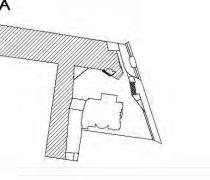

ESCALA GRÁFICA:

SIMBOLOGÍA:

• N.P.T. +/-00.00	INDICA NIVEL DE PISO TERMINADO	N.C.1.	INDICA NIVEL DE CUMBRERA 1
N.S.L.	INDICA NIVEL SOBRE LOSA	N.C.2.	INDICA NIVEL DE CUMBRERA 2
N.L.A.P.	INDICA NIVEL DE LECHO ALTO DE PLAFÓN	N.P.	INDICA NIVEL DE PRETIL
N.L.B.P.	INDICA NIVEL DE LECHO BAJO DE PLAFÓN	+ +	INDICA CAMBIO DE NIVEL
N.L.A.	INDICA NIVEL LECHO ALTO	x x	INDICA CORTE O FACHADA
N.L.B.	INDICA NIVEL LECHO BAJO	BAP-	INDICA BAJADA DE AGUA PLUVIAL

CUADRO DE ÁREAS:

PROYECTO:

CENTRO CULTURAL "JOSÉ LUIS CUEVAS"

UBICACIÓN:

Calzada Desierto de los Leones #43 Col. San Ángel Del. Álvaro Obregón

PLANO: Tabla de acabados

CLAV



ESCALA: 1:175 SINODALES:

SINODALES:

DR. ÁLVARO SÁNCHEZ

DRA. MÓNICA CEJUDO

ARQ. EDUARDO SCHUTTE

ARQ. JAVIER SENOSIAIN



PROYECTÓ:

MARCOS SAMUEL MARTÍNEZ ARTEAGA







PISOS	PLAFONES	Indica nível de plafón a partir de N.P.T.	△ MUROS		TECHOS Y CUBIERTAS	Indica cambio de mate
ACABADO	ACABADO		ACABADO		ACABADO	
Losa existente, con firme de concreto lavado, reforzado con malla electrosoldada 6x6 10-10, sobre relleno de tezontle hasta alcanzar nivel de proyecto; y acabado final de piso de concreto pulido Losa nueva de concreto armado de 0.10m de espesor, reforzado con malla electrosoldada 6x6 10-10. (Ver proyecto estructural) con	Estructura metálica cuadrada hecha a base de placa de acero, cona cabado primario carboguard 888 marca Carboline color rojo óxido y recubrimiento carbothane 134 HG color gris oxford (ver proyecto estructural) para recibir recubrimiento de panel de lámina de acero galvanizado prepintado, mca. METECNO modelo SUPER WALLL FLAT cal. 24 de 2½ de espesor de dimensiones 1.00 m X 6.60m, fijo a monten de carga de 3" X¼" de espesor @ 1.00m. (ver plano de		Muro a base de panel prefabricado VIVA BOARD de $2\frac{1}{2}$ " de espesor, de dimension variable, sobre bastidor fijo a pretil existente de PTR de 2 " con travesaños @1.00m en ambos sentidos, con fijación oculta a base de tomillos autoroscantes de $\frac{1}{4}$ "@ 0.97 m máximo.	Muro de paneles de vivaboard (seccion variable) 1.22m x 2.44m, mca. vivaboard acabado cemento gris de 13mm, fijos con tornillos tek broca de 1" marca philips @ 30cm máximo, reborde "j" perfatrim, con sellador elástico no endurecible en arranque, junteado con cinta durock y cemento flexible, montados sobre bastidores ptr.	Cubierta de panel de lámina de acero galvanizado prepintado mca. METECNO modelo SUPERWALLL FLAT co de 2½" de espesor de dimensiones 1.00 m X 6.60 m, sobre monten de carga 3"X¼" de espesor @ 1m.	
piso falso marca intercorp (CCS 1000) de dimensiones 60x60 cm, pedestal de 0.30 m de altura para cámara plena con piso vinílico en linoleum, linea Uni Walton, color LP 282 Gray, 3mm de espesor, fijo con pegamento para linoleum S-760, marca Gerflor.		de paneles de yeso con 12.7mm de espesor,	Muro a base de panel prefabricado VIVA BOARD de 2½ de espesor, ACABADO MADERA. de dimension variable, sobre bastidor fijo a pretil existente de PTR de 2" con travesaños	Muro de paneles de vivaboard(seccion variable) 1.22m x 2.44m, mca.VIVA BOARD -MADERA de 13mm, fijos con tomillos tek		o armado, de 0.15m de espesor (ver
Firme de concreto lavado con agregados de piedra caliza negra con la siguiente dosificación: 25% cero grueso, 50% del N. 2, 25% de 3/8" y cemento gris portland, reforzado con malla electrosoldad de 6x6 10-10.	espesor @ 1.00 m.	사용하다 하다 내가 아이들이 가는 사람들이 되었다. 그 아이들이 아이들이 아이들이 아이들이 아이들이 아이들이 살아 나를 하는데 하는데 없다.	@1.00m en ambos sentidos, con fijación oculta a base de tomillos autoroscantes de ¼"@ 0.97 m máximo.	broca de 1" marca philips @ 30cm máximo, reborde "]" perfatrim, con sellador elástico no endurecible en arranque, junteado con cinta durock y cemento flexible, montados sobre bastidores ptr.	a base de capa niveladora de ¼", capa niveladora impermeable Samafil Fo	istema de losa naturada, marca SIKA lora DensDeck, panel fibrorreforzado Sarnafelt NWP-HD, capa 010-12 de 1.5 mm con traslapes y capa de drenaje Samafil Drainage
Losa existente con piso falso (sección constante) marca intercorp			Columna metálica formada en placa de acero, de sección variable, con acabado primario carboguard 888 marca Carboline color rojo óxido y recubrimiento carbothane 134 HG color gris oxford. (ver planos estructurales y albañilería).	Muro de block de cemento con dimensiones 0.20m x 0.30m x0.40m, junteado con mortero cemento-arena y aplanado con mortero		capa de tierra vegetal siguiendo
(CCS 1000) de dimensiones 60x60 cm, pedestal de 0.30 m de altura para cámara plena con piso vinílco en linoleum, línea Uni walt, LP282 gray, 3 mm de espesor, fijo con pegamento para linoleum S-760, marca Armstrong.		Estructura matálica, con cubierta de cristal (acrílico) claro	Panel de fibrocemento una cara de 1.22m x 2.44m siguiendo despiece, montado sobre bastidor de perfil tubular cuadrado de 2" con travesaños @1.00m en ambos sentidos marca	cemento-arena en proporción 1:4, acabado fino y dos manos de pintura vinílica color SMA, vinimex marca Comex o similar, previa aplicacion de dos manos de sellador 5x1 marca Comex o similar.	despiece, marca saint-	Cubierta de cristal (acrílico) claro laminado 12 +12 siguiendo despiece, marca saint-gobain con película esmerilada por cara fijo con cinta norten modelo nourmount 2000 v 2030 de
Losa existente, con piso falso (sección variable) marca intercorp (CCS 1000) de dimensiones 60x60 cm, pedestal de 0.30 m de altura para cámara plena con piso vinílco en linoleum, línea uni walton, color LP280 Black, 3 mm de espesor, fijo con pegamento para linoleum S-760, marca Armstrong.	laminado 12 +12 siguiendo despiece, marca saint-gobain con pelicula esmerilada por cara fijo con cinta norten modelo nourmount 2000 v 2030 de 1", sobre ángulo de 1½" x 1½", fijo a monten de carga de 3" X ¼" de espesor @ 1.00 m. (ver plano de albañilería).	Vivaboard de 16mm, fijos con tornillos broca avellanador de 1½" @ 0.30m máximo, con sellador elástico no endurecible en arranque y esquinas, juntas a media caja, resanador sobre tornillos, color gris (natural), SMA. (ver plano de albañilería)	Muro existente, aplanado con mortero cemento-arena proporción 1:4 acabado fino, y dos manos de pintura vinílica color SMA vinimex marca comex o similar, previa aplicación de sellador 5x1 marca	1", sobre ángulo de 1½" x 1½", fijo a IPR de 6", (ver plano estructurales), con primario carboguard 888 marca carbol rojo óxido con recubrimiento carbothane 134 HG color gris oxford.		
Losa existente de concreto armado de 0.10m de espesor, con piso falso (sección variable) marca intercorp (CCS 1000) de dimensiones 60x60 cm, pedestal de 0.30 m de altura para cámara plena con piso vinílco en linoleum, línea Uni walton, color LP 236 Moss , 3 mm de espesor, fijo con pegamento para linoleum S-760, marca Armstrong.			Panel de fibrocemento a dos caras de 1,22m x 2,44m siguiendo despiece, montado sobre bastidor de perfil tubular cuadrado de 2" con travesaños @1.00m en ambos sentidos marca Vivaboard de 16mm, fijos con tomillos broca avellanador de 1½" @ 0.30m máximo, con sellador elástico no endurecible en arranque y esquinas, juntas a media caja, resanador sobre tornillos, color gris (natural), SMA.	comex o similar.		
	stal de 0.30 m de altura para cámara leum, línea Uni walton, color LP 236	Muro existente con aplanado interior y exterior a base de mortero cemento-arena proporción 1:4 acabado fino, y dos manos de pintura vinílica color SMA vinimex marca comex o similar, previa aplicación de sellador 5x1 marca comex o similar.				
			Cancel de fachada a base de perfil básico vertical 11005 y perfil 1613, perfil básico horizontal 11417 con tapa 5472, color anodizado natural, mca. CUPRUM, con cristal claro laminado 6+6 en piezas variable, fijo con cinta norton mod. normount 2000 v 2030 de 1"x 3/8" y sellado con silicón estructural, mca. DOW CORNING.			
				Cancel de interior , base de aluminio perfil básico vertical y horizontal 11423 con tapa 9455, color anodizado natural, mca. CUPRUM.		



Calzada Desierto de los Leones #43 Col. San Ángel

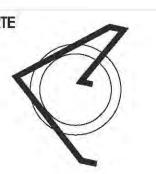

PLANTA ESQUEMÁTICA

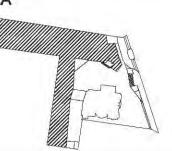

ESCALA GRÁFICA:

SIMBOLOGÍA:

N.L.A.P. N.L.B.P.

INDICA NIVEL LECHO ALTO

CUADRO DE ÁREAS:

PROYECTO:

CENTRO CULTURAL "JOSÉ LUIS CUEVAS"

UBICACIÓN:

Calzada Desierto de los Leones #43 Col. San Ángel Del. Álvaro Obregón

PLANO: Tabla de acabados CLAVE:

ESCALA: 1:175 COTAS: metros

FECHA: 8 junio,2011

SINODALES:

DR. ÁLVARO SÁNCHEZ DRA. MÓNICA CEJUDO ARQ. EDUARDO SCHUTTE ARQ. JAVIER SENOSIAIN




PROYECTÓ:

MARCOS SAMUEL MARTÍNEZ ARTEAGA





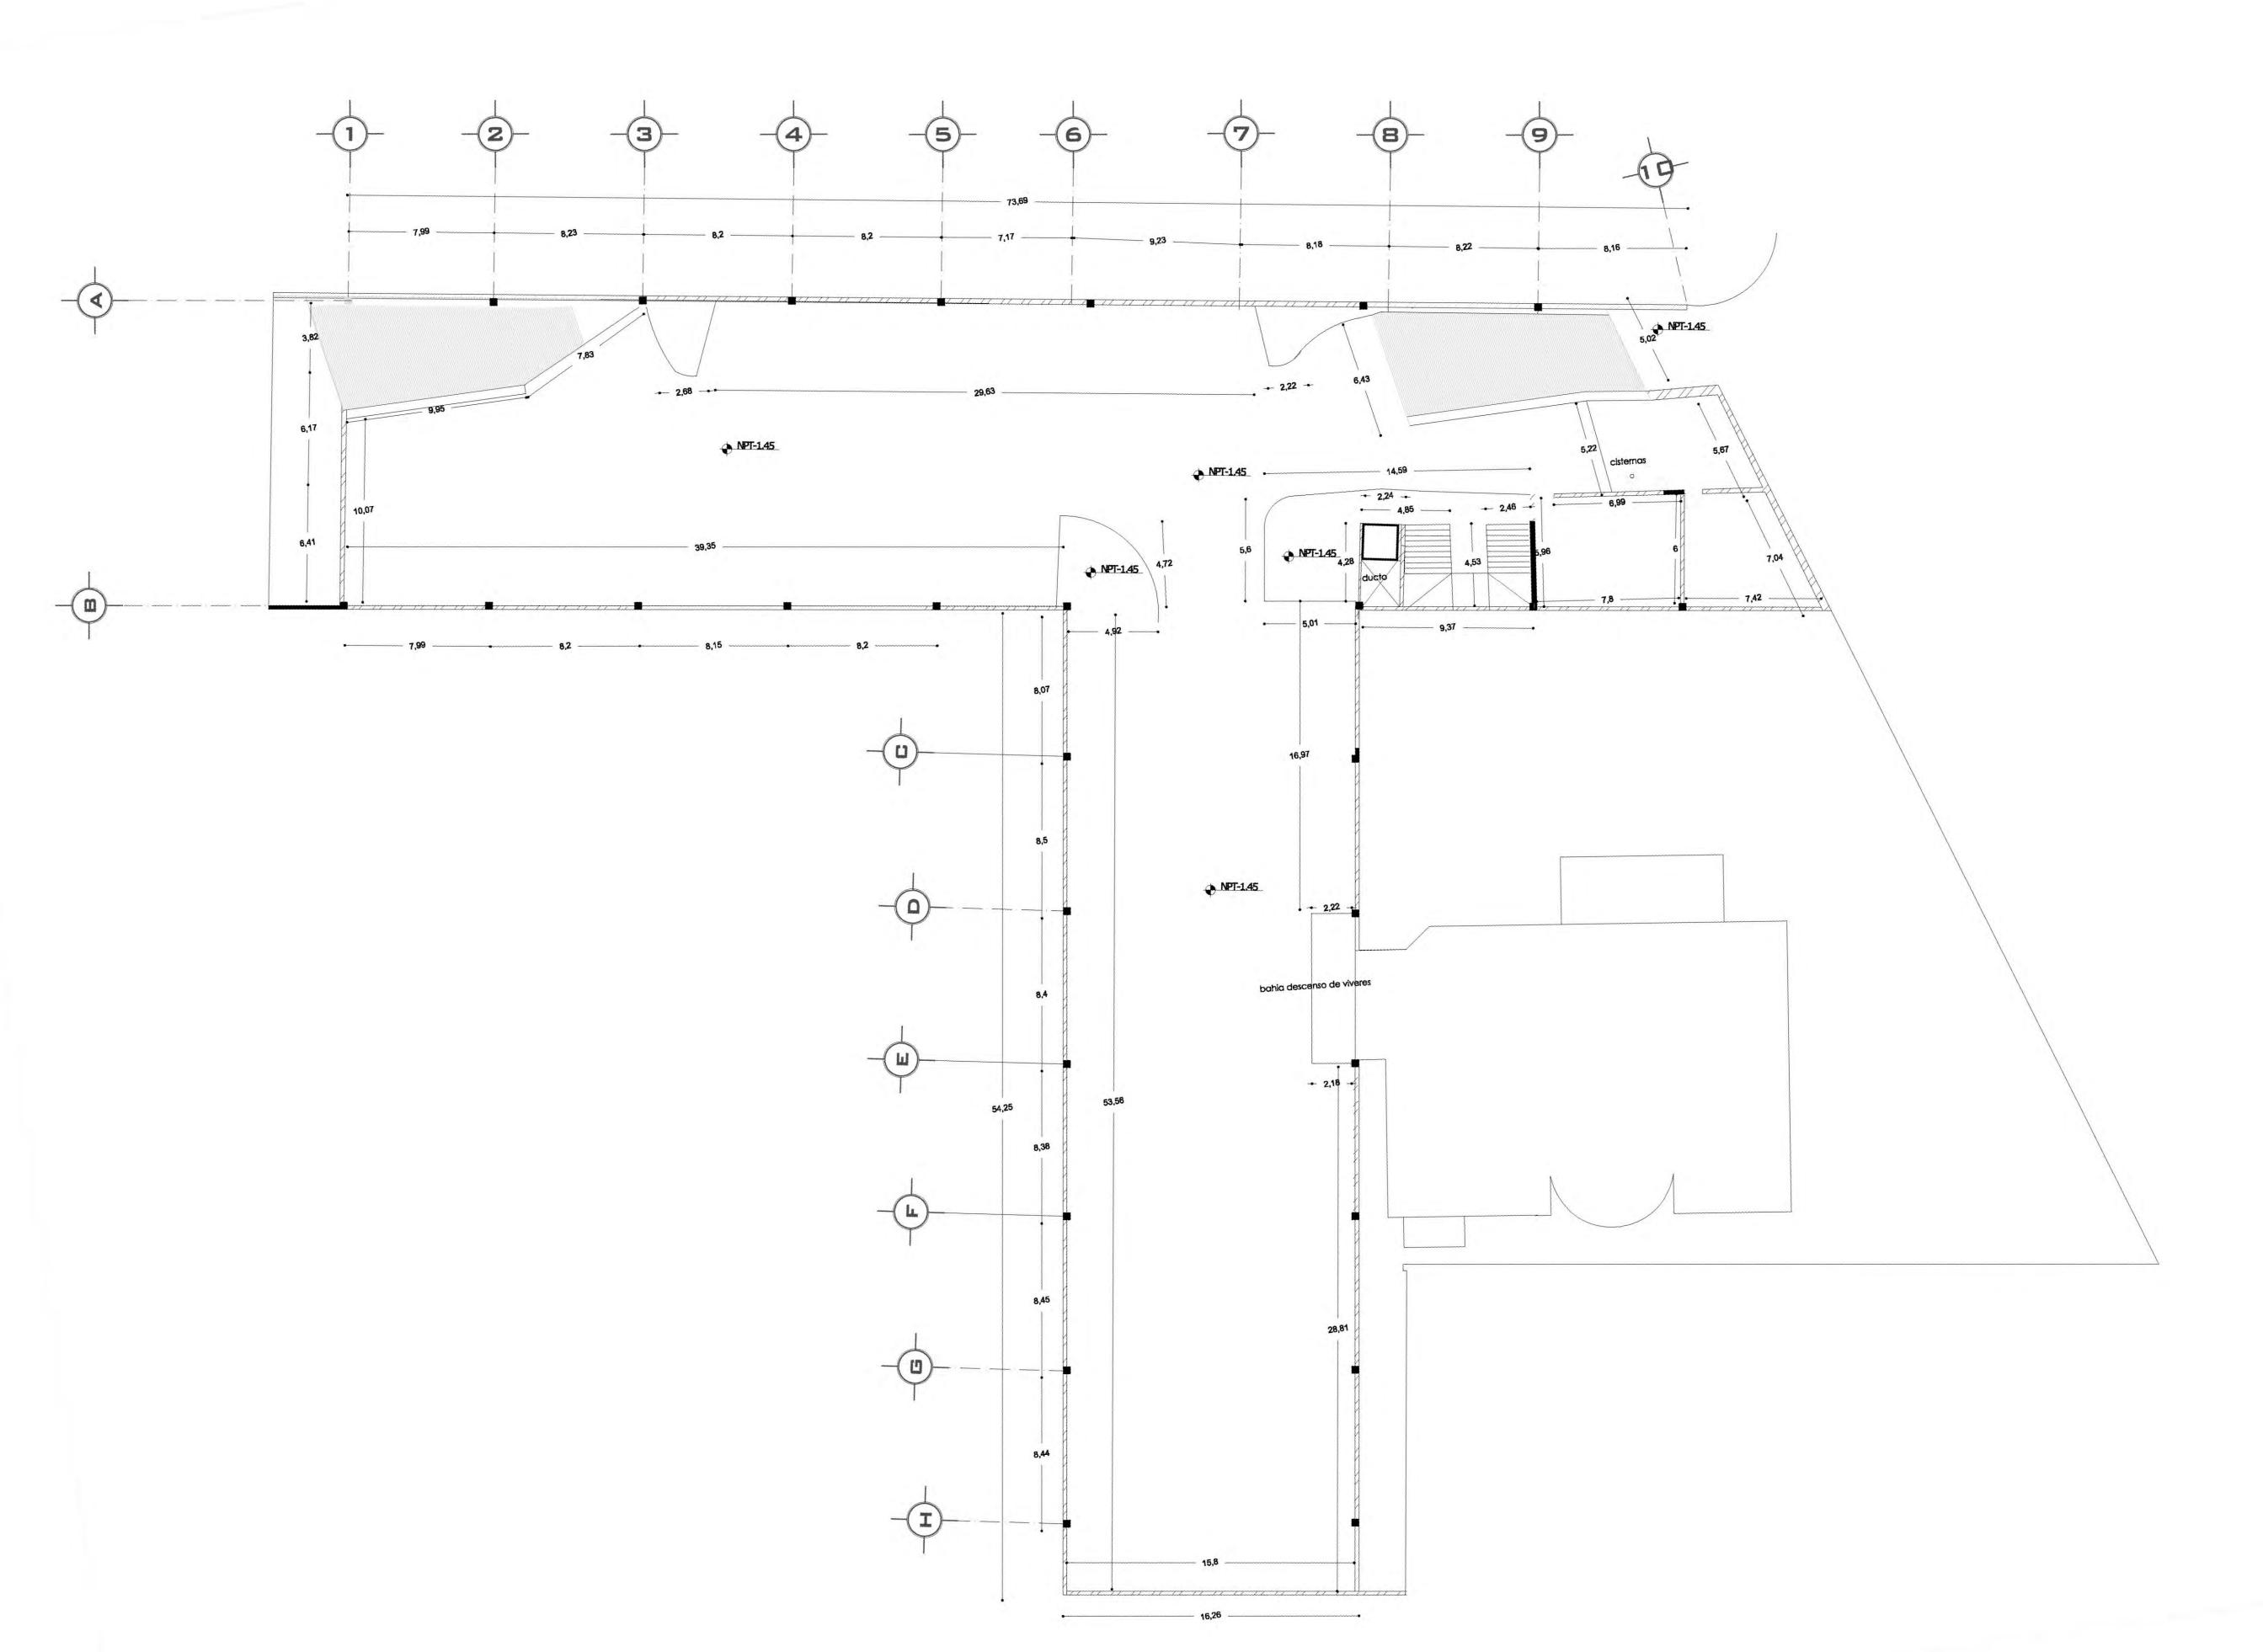



PROYECTO: CENTRO CULTURAL "JOSÉ LUIS CUEVAS"

Calzada Desierto de los Leones #43 Col. San Ángel Del. Álvaro Obregón UBICACIÓN:

Plano de albañilería sótano

ESCALA: 1:175

FECHA: 8 junio,2011 metros

DR. ÁLVARO SÁNCHEZ
DR. MÓNICA CEJUDO
DRA. MÓNICA CEJUDO
ARQ. EDUARDO SCHUTTE
ARQ. JAVIER SENOSIAIN SINODALES:

COTAS:


PROYECTÓ:

MARCOS SAMUEL MARTÍNEZ ARTEAGA



UNIVERSIDAD NACIONAL AUTONOMA DE MÉXICO

FACULTAD DE ARQUITECTURA

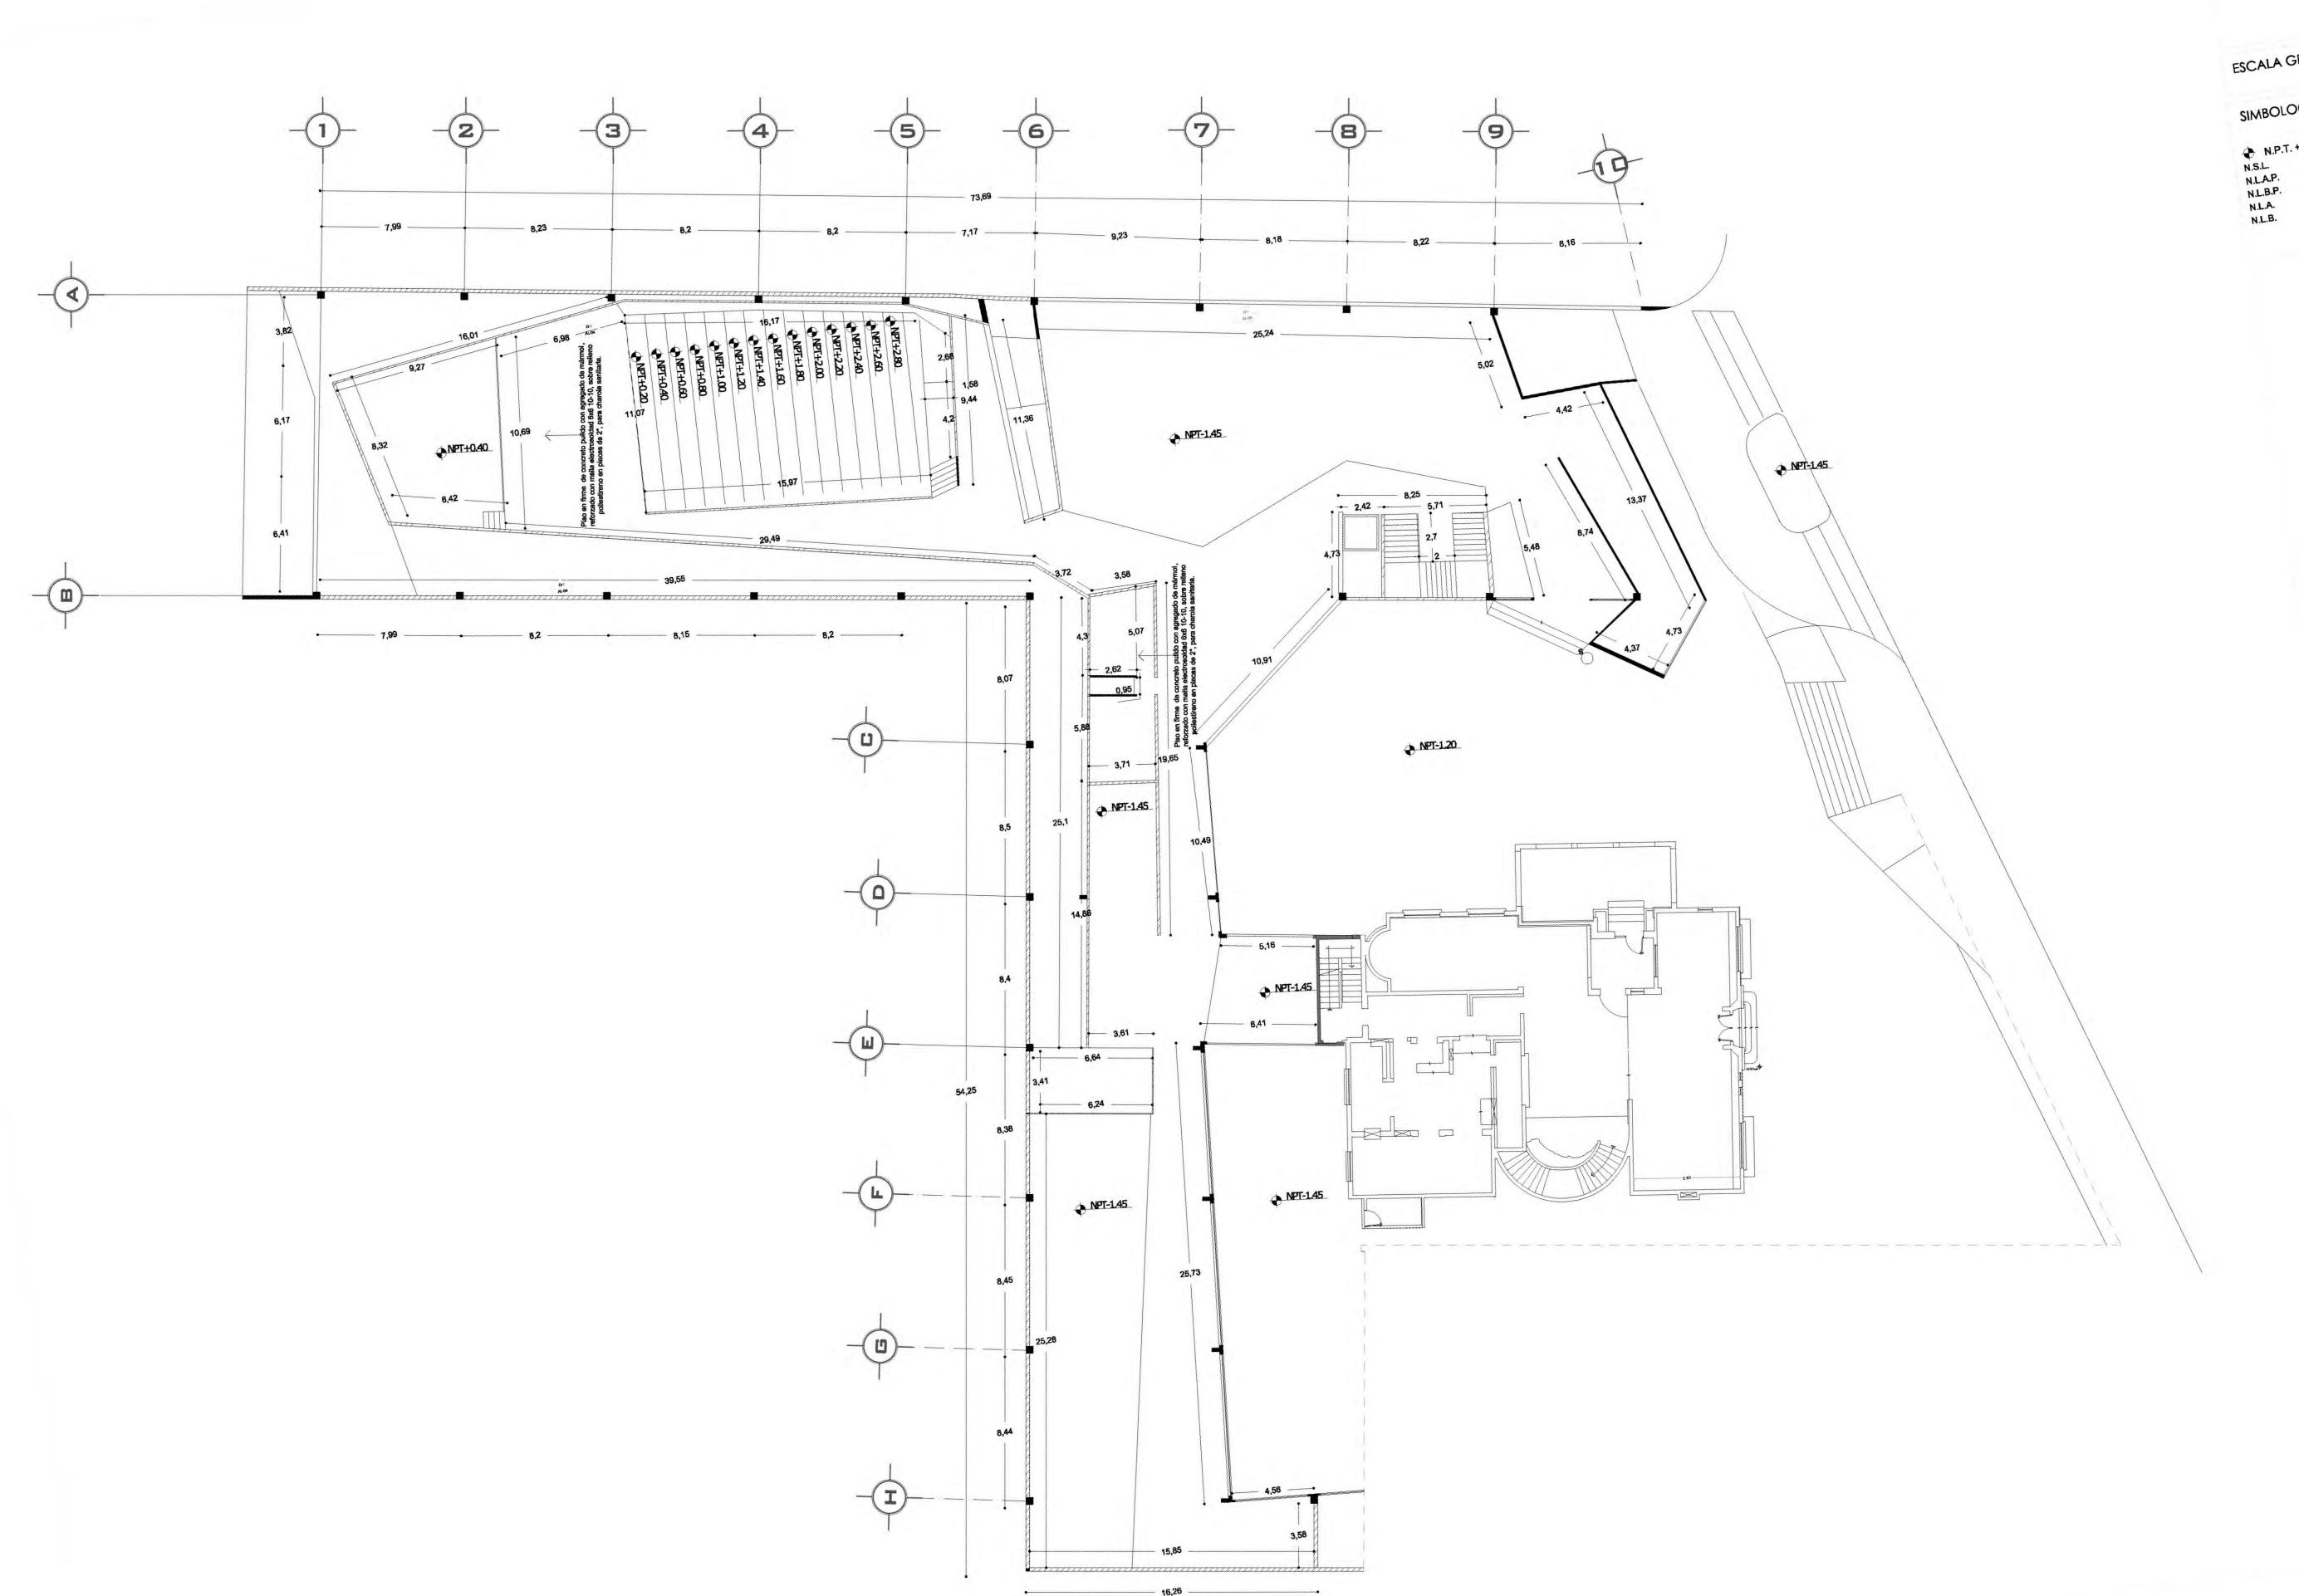



PROYECTO: CENTRO CULTURAL "JOSÉ LUIS CUEVAS"

Calzada Desierto de los Leones #43 Col. San Ángel Del. Álvaro Obregón UBICACIÓN:

Plano de albañilería planta baja

ESCALA: 1:175

COTAS: metros

DR. ÁLVARO SÁNGHEZ DRA. MÓNIGA GEJUDO DRA. MÓNIGA GEJUDO ARQ. EDUARDO SCHUTTE ARQ. JAVIER SENOSIAIN ARQ. JAVIER SENOSIAIN SINODALES:


PROYECTÓ:

MARCOS SAMUEL MARTÍNEZ ARTEAGA

FECHA: 8 junio,2011





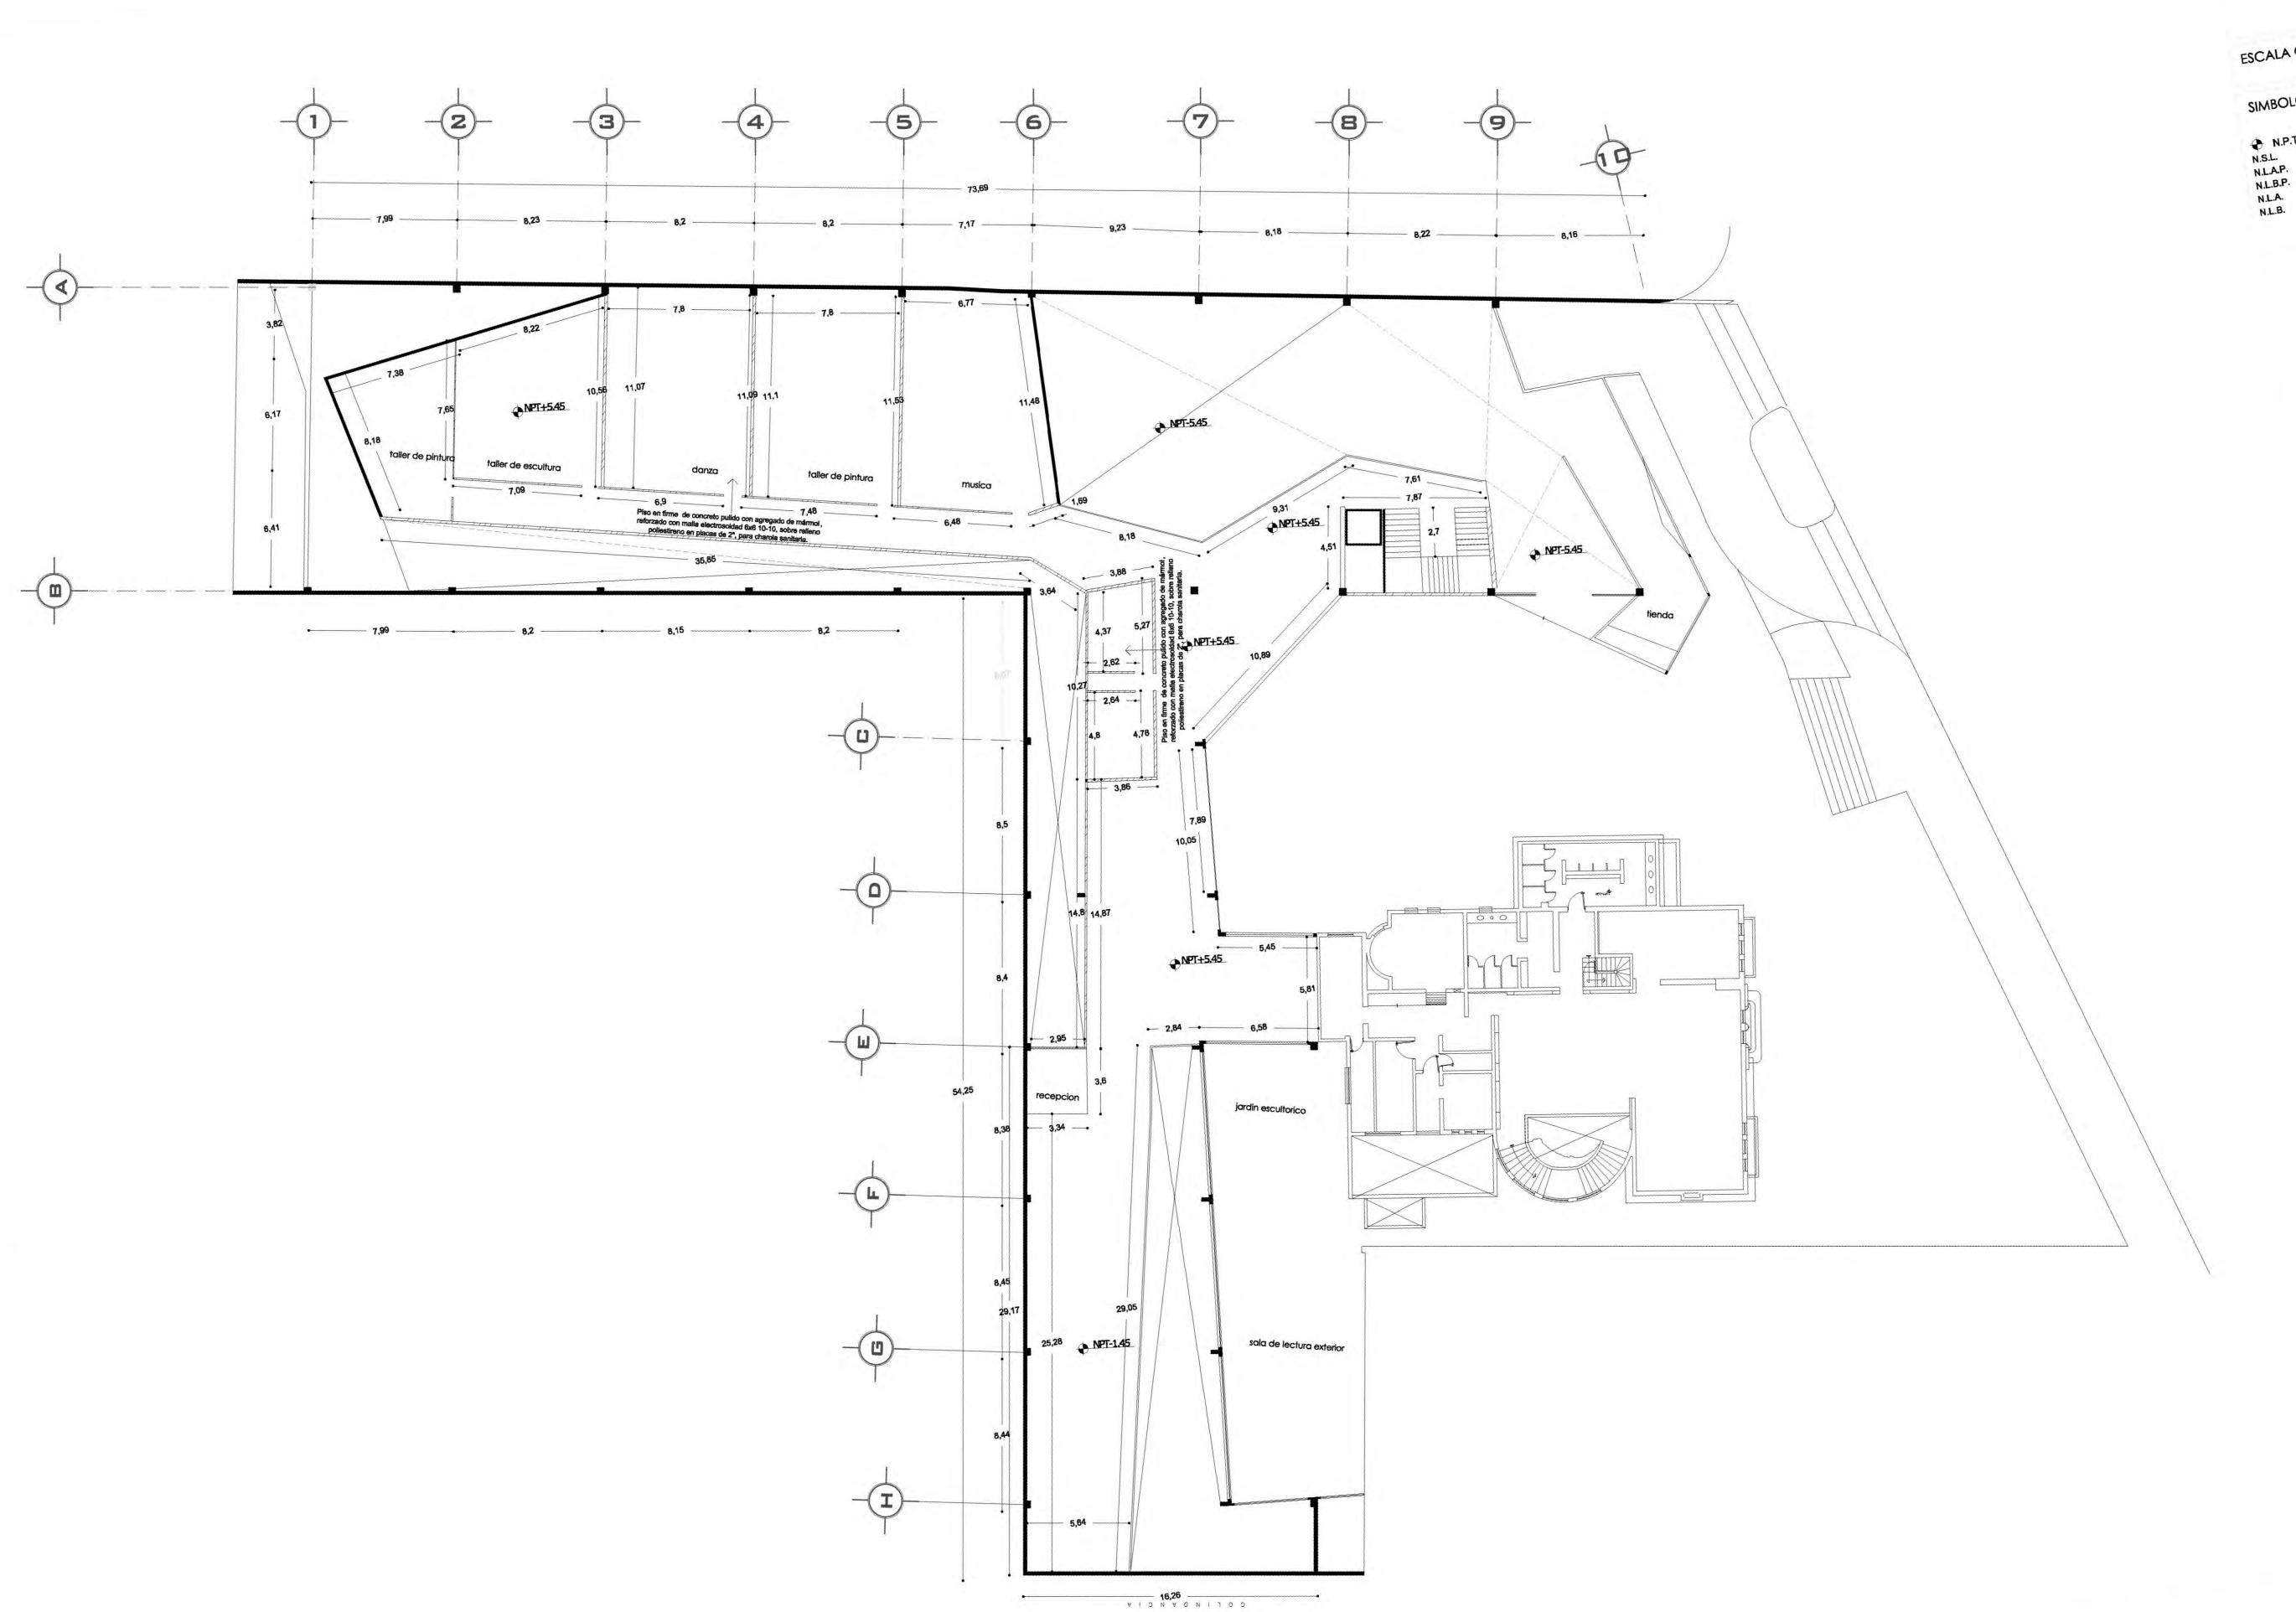

INDICA NIVEL LECHO ALTO INDICA NIVEL LECHO BAJO

CUADRO DE ÁREAS:

PROYECTO: CENTRO CULTURAL "JOSÉ LUIS CUEVAS"

Calzada Desierto de los Leones #43 Col. San Ángel Del. Álvaro Obregón UBICACIÓN:

Plano de albañilería planta alta

ESCALA: 1:175

COTAS: metros

FECHA: 8 junio,2011

SINODALES:


DR. ÁLVARO SÁNGHEZ
DRA. MÓNICA GEJUDO
DRA. MÓNICA GEJUDO
ARQ. EDUARDO SCHUTTE
ARQ. JAVIER SENOSIAIN

PROYECTÓ:


MARCOS SAMUEL MARTÍNEZ ARTEAGA




FACULTAD DE ARQUITECTURA

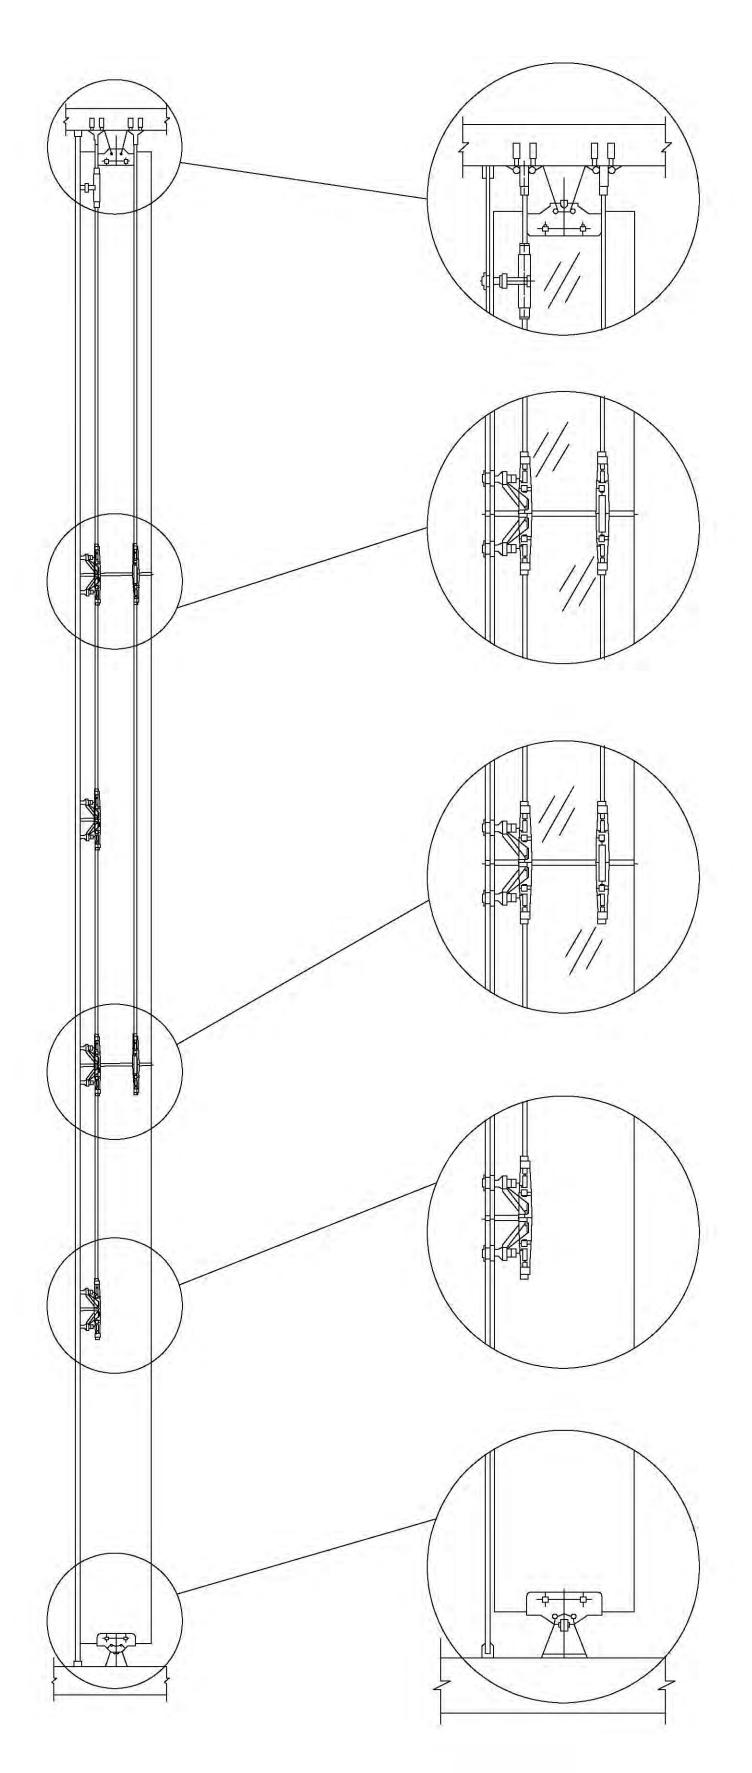



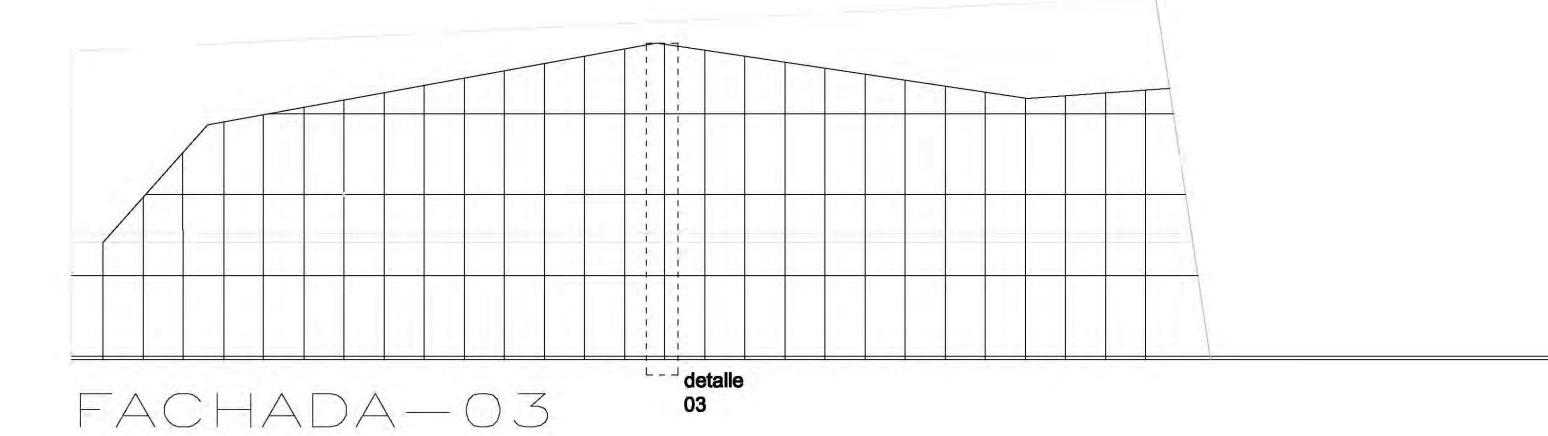


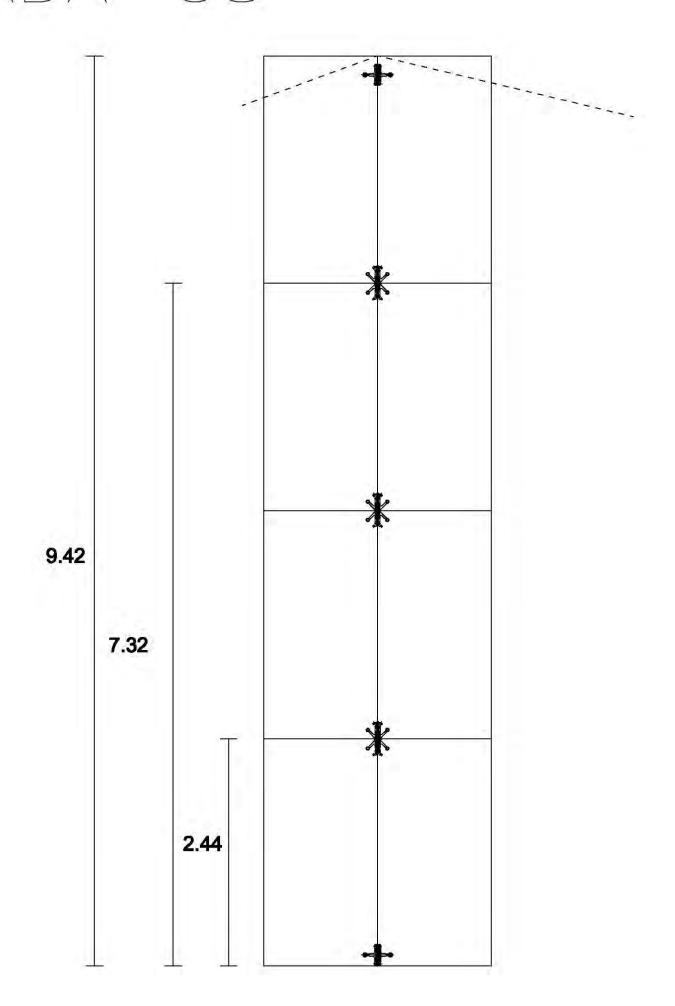


DETALLE-04



Calzada Desierto de los Leones #43 Col. San Ángel Del. Álvaro Obregón

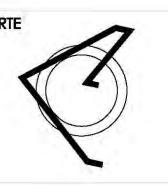

PLANTA ESQUEMÁTICA

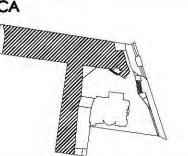

ESCALA GRÁFICA:

SIMBOLOGÍA:

CUADRO DE ÁREAS:

PROYECTO:

CENTRO CULTURAL "JOSÉ LUIS CUEVAS"

UBICACIÓN:

Calzada Desierto de los Leones #43 Col. San Ángel Del. Álvaro Obregón

PLANO:

DETALLE VIDRIO EN FACHADA

CLAVE:

COTAS: metros ESCALA: 1:175 FECHA: 8 junio,2011

SINODALES:

DR. ÁLVARO SÁNCHEZ DRA, MÓNICA CEJUDO ARQ, EDUARDO SCHUTTE ARQ, JAVIER SENOSIAIN



PROYECTÓ:


MARCOS SAMUEL MARTÍNEZ ARTEAGA










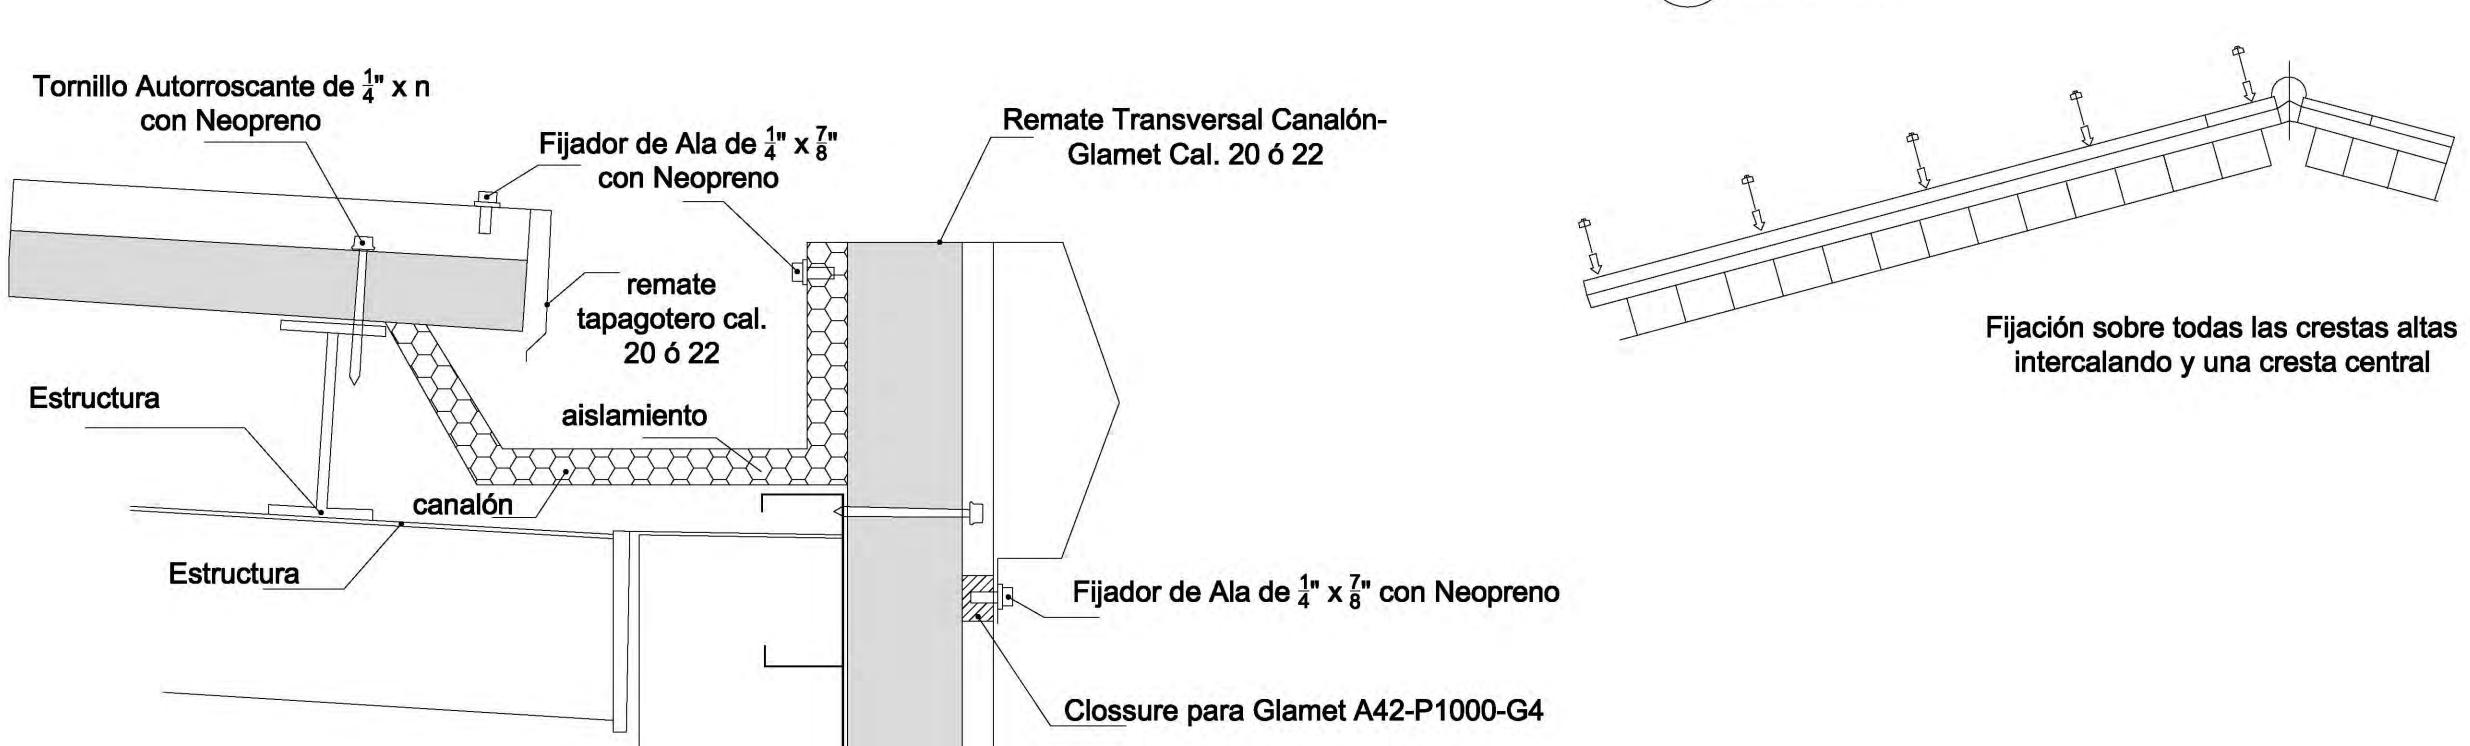


Glamet A42-P1000-G4

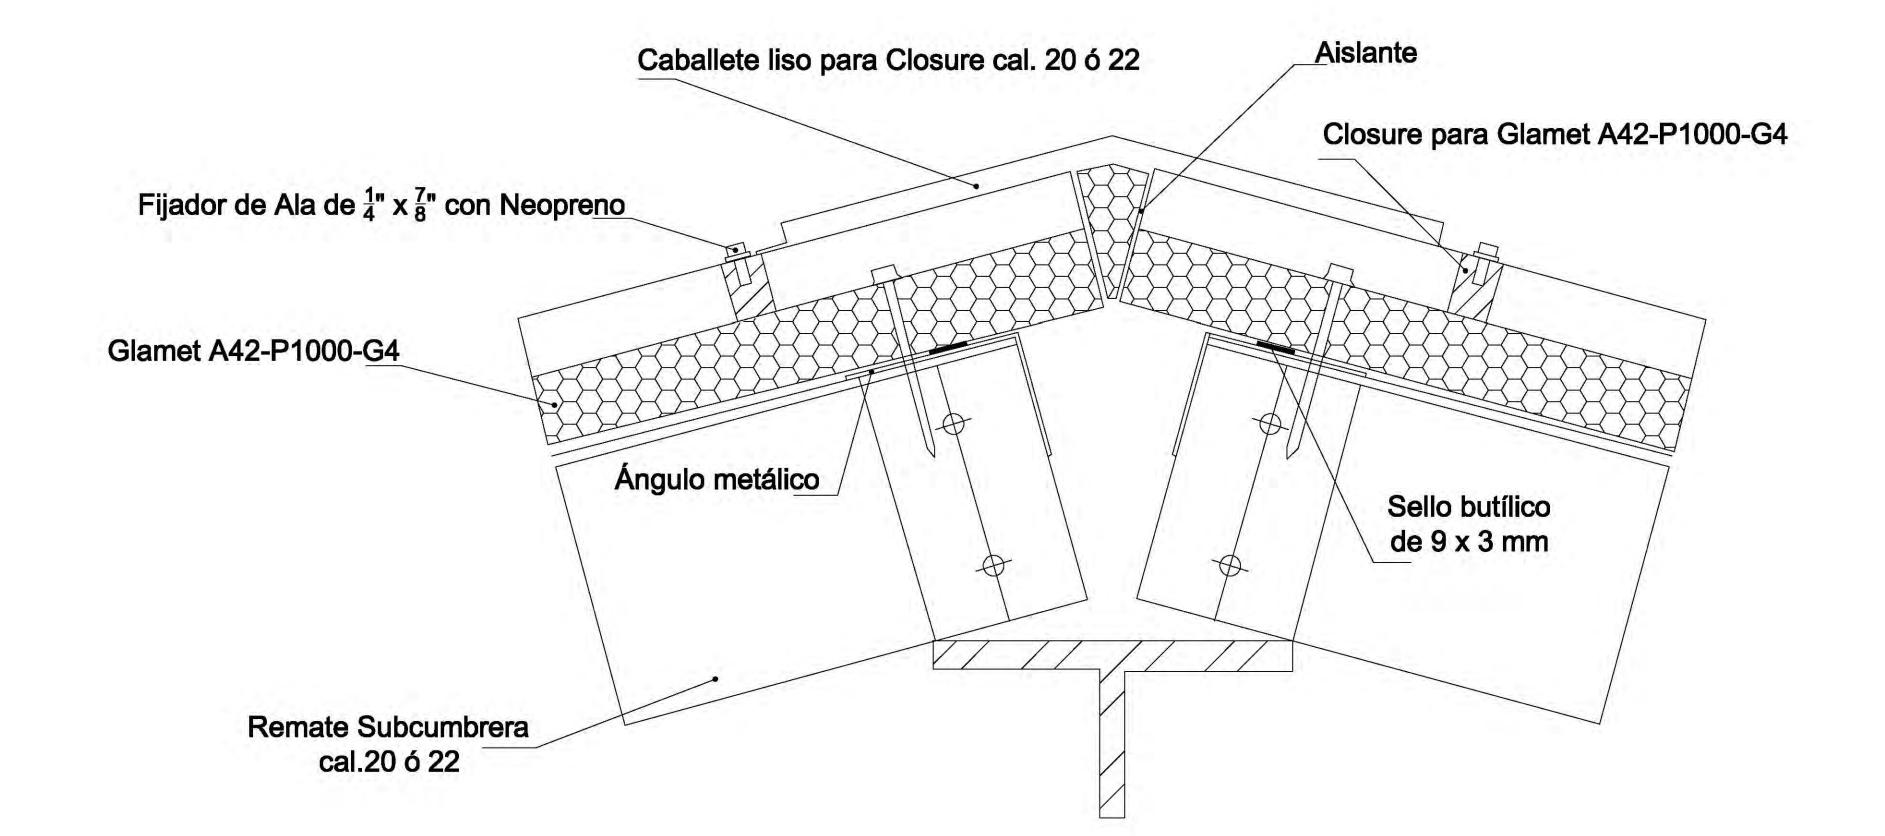




UNIVERSIDAD NACIONAL AUTONOMA DE MÉXICO FACULTAD DE ARQUITECTURA



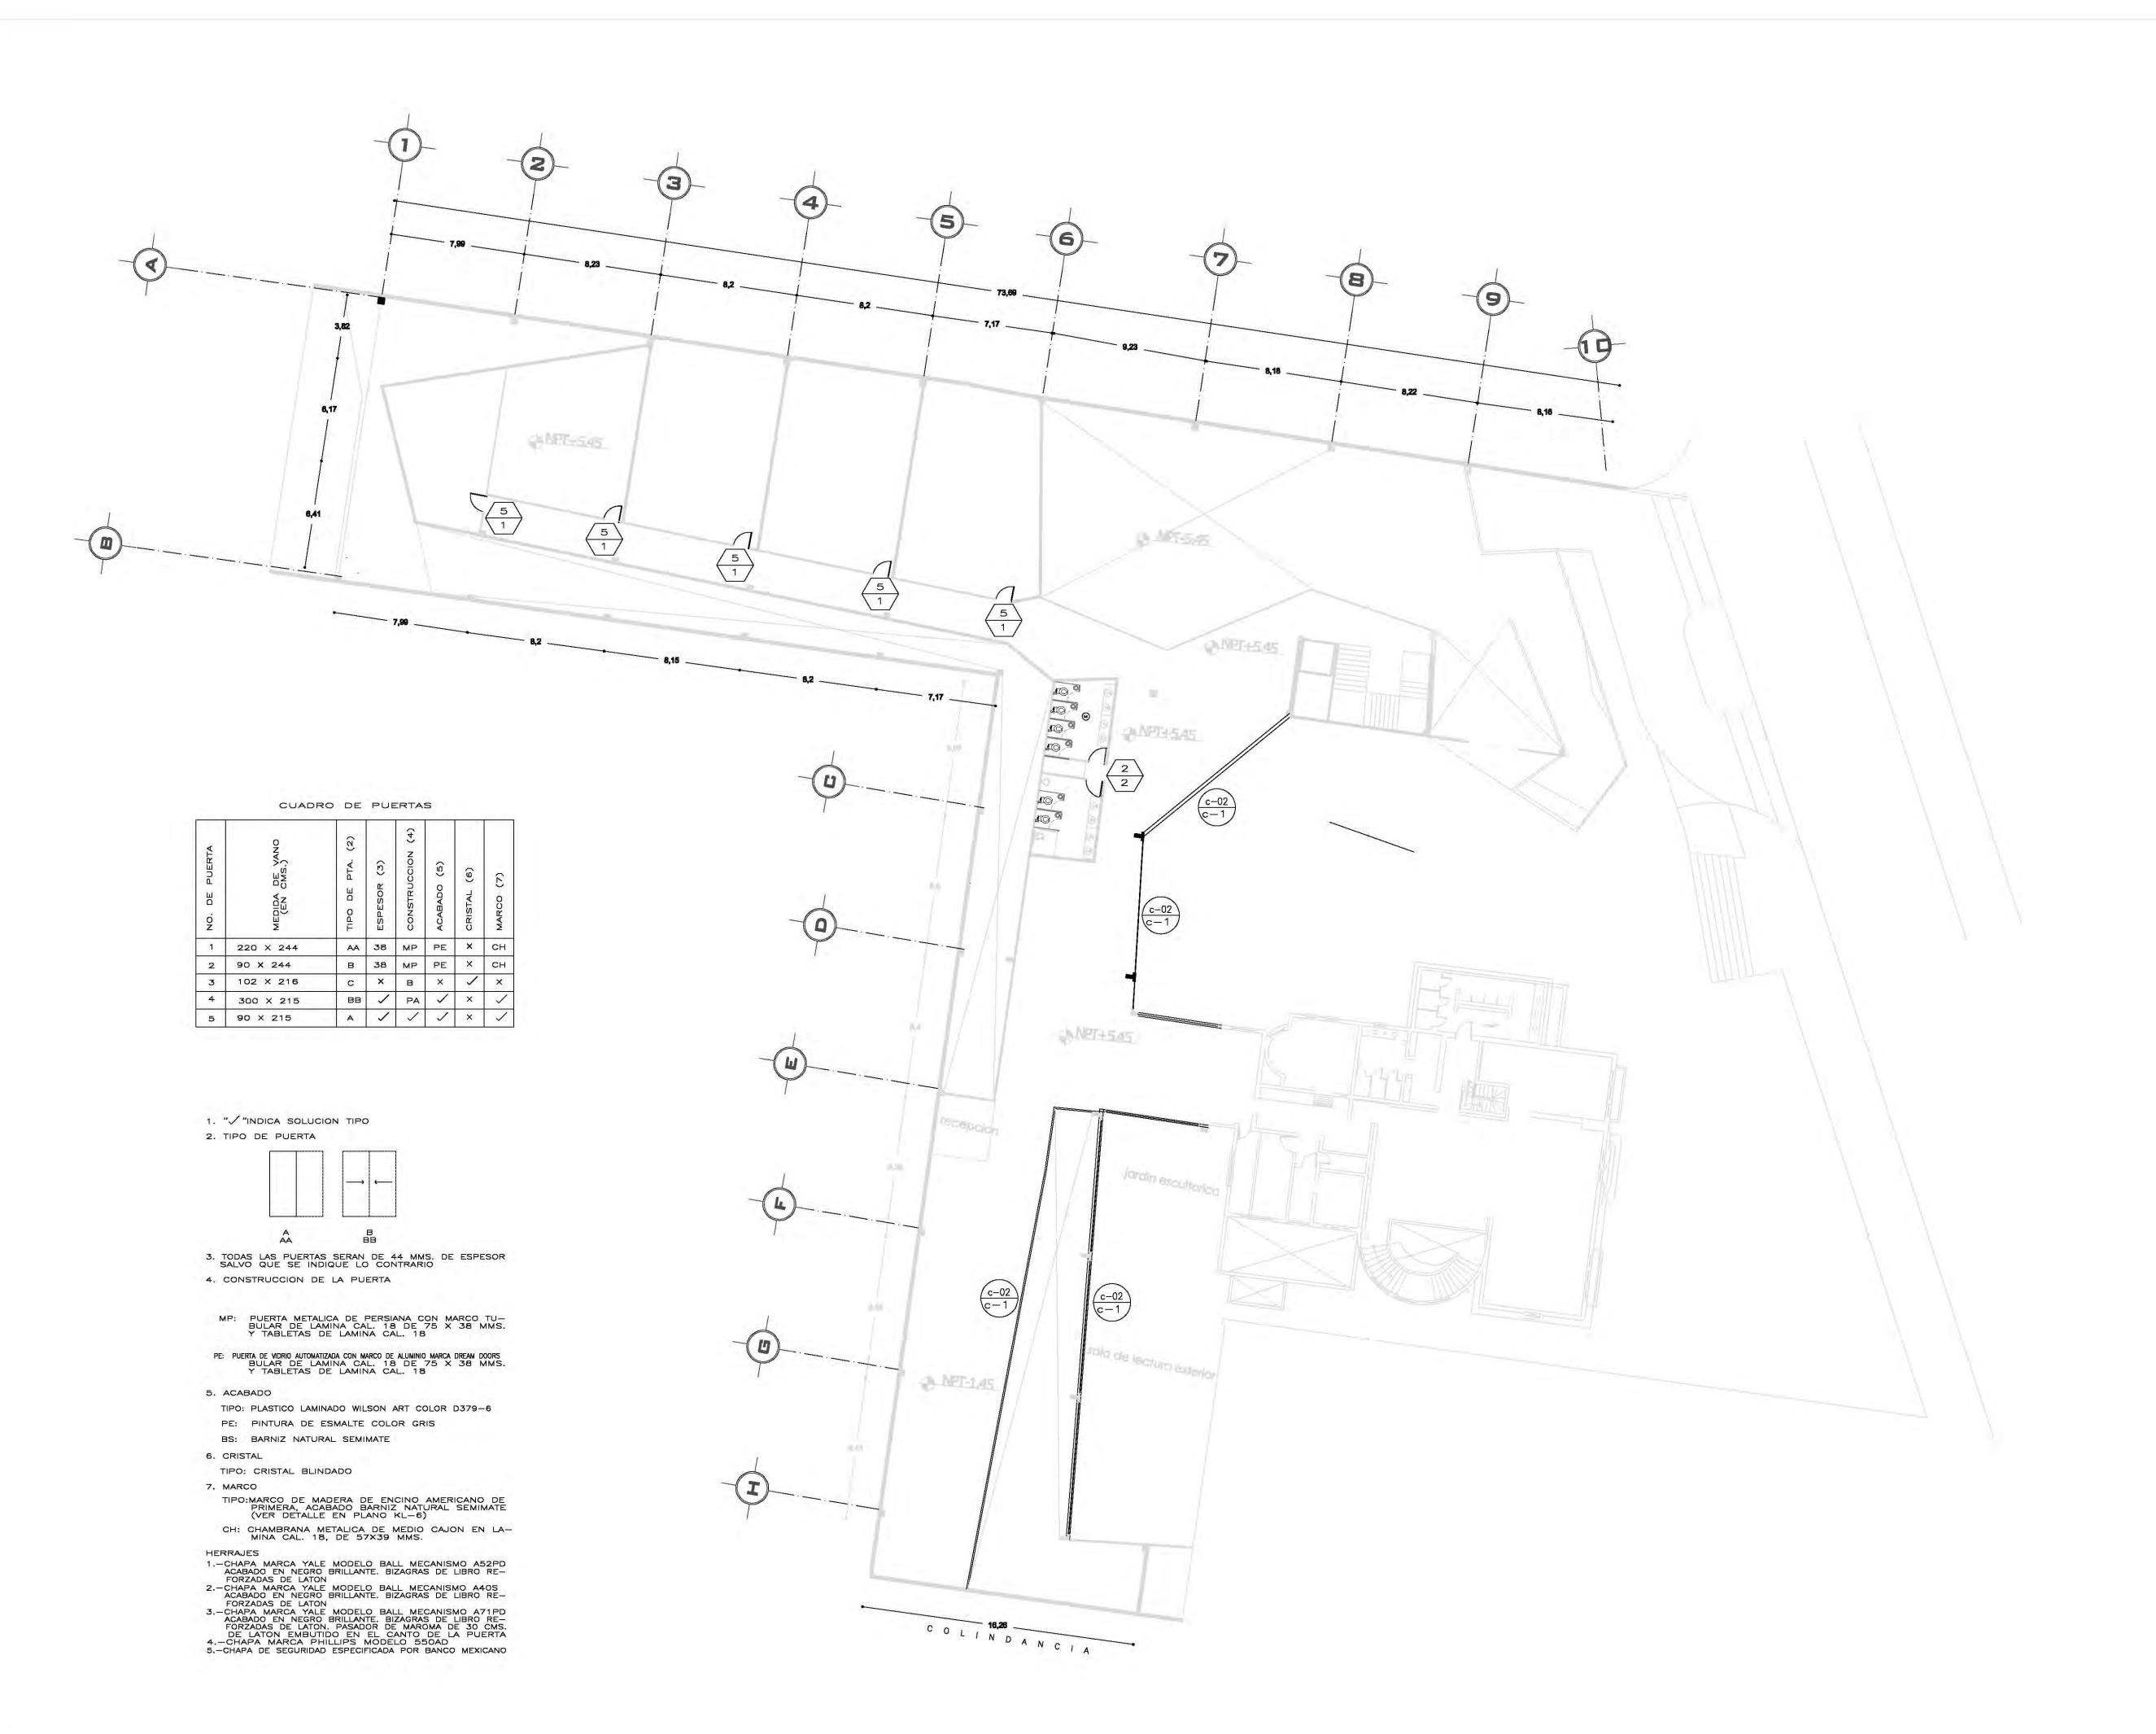




los Leones #43 Col. San Ángel

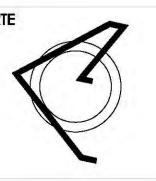

PLANTA ESQUEMÁTICA

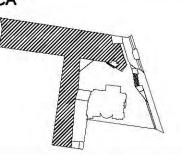

ESCALA GRÁFICA:

SIMBOLOGÍA:

CUADRO DE ÁREAS:

PROYECTO:

CENTRO CULTURAL "JOSÉ LUIS CUEVAS"

UBICACIÓN:

Calzada Desierto de los Leones #43 Col. San Ángel Del. Álvaro Obregón

PLANO: PLANO DE CONTRO /CANCELERIA PLANTA ALTA

CLAVE:

COTAS: FECHA: 8 junio,2011 metros

SINODALES:

ESCALA:

1:175

DR. ÁLVARO SÁNCHEZ DRA. MÓNICA CEJUDO ARQ. EDUARDO SCHUTTE ARQ. JAVIER SENOSIAIN




PROYECTÓ:

MARCOS SAMUEL MARTÍNEZ ARTEAGA






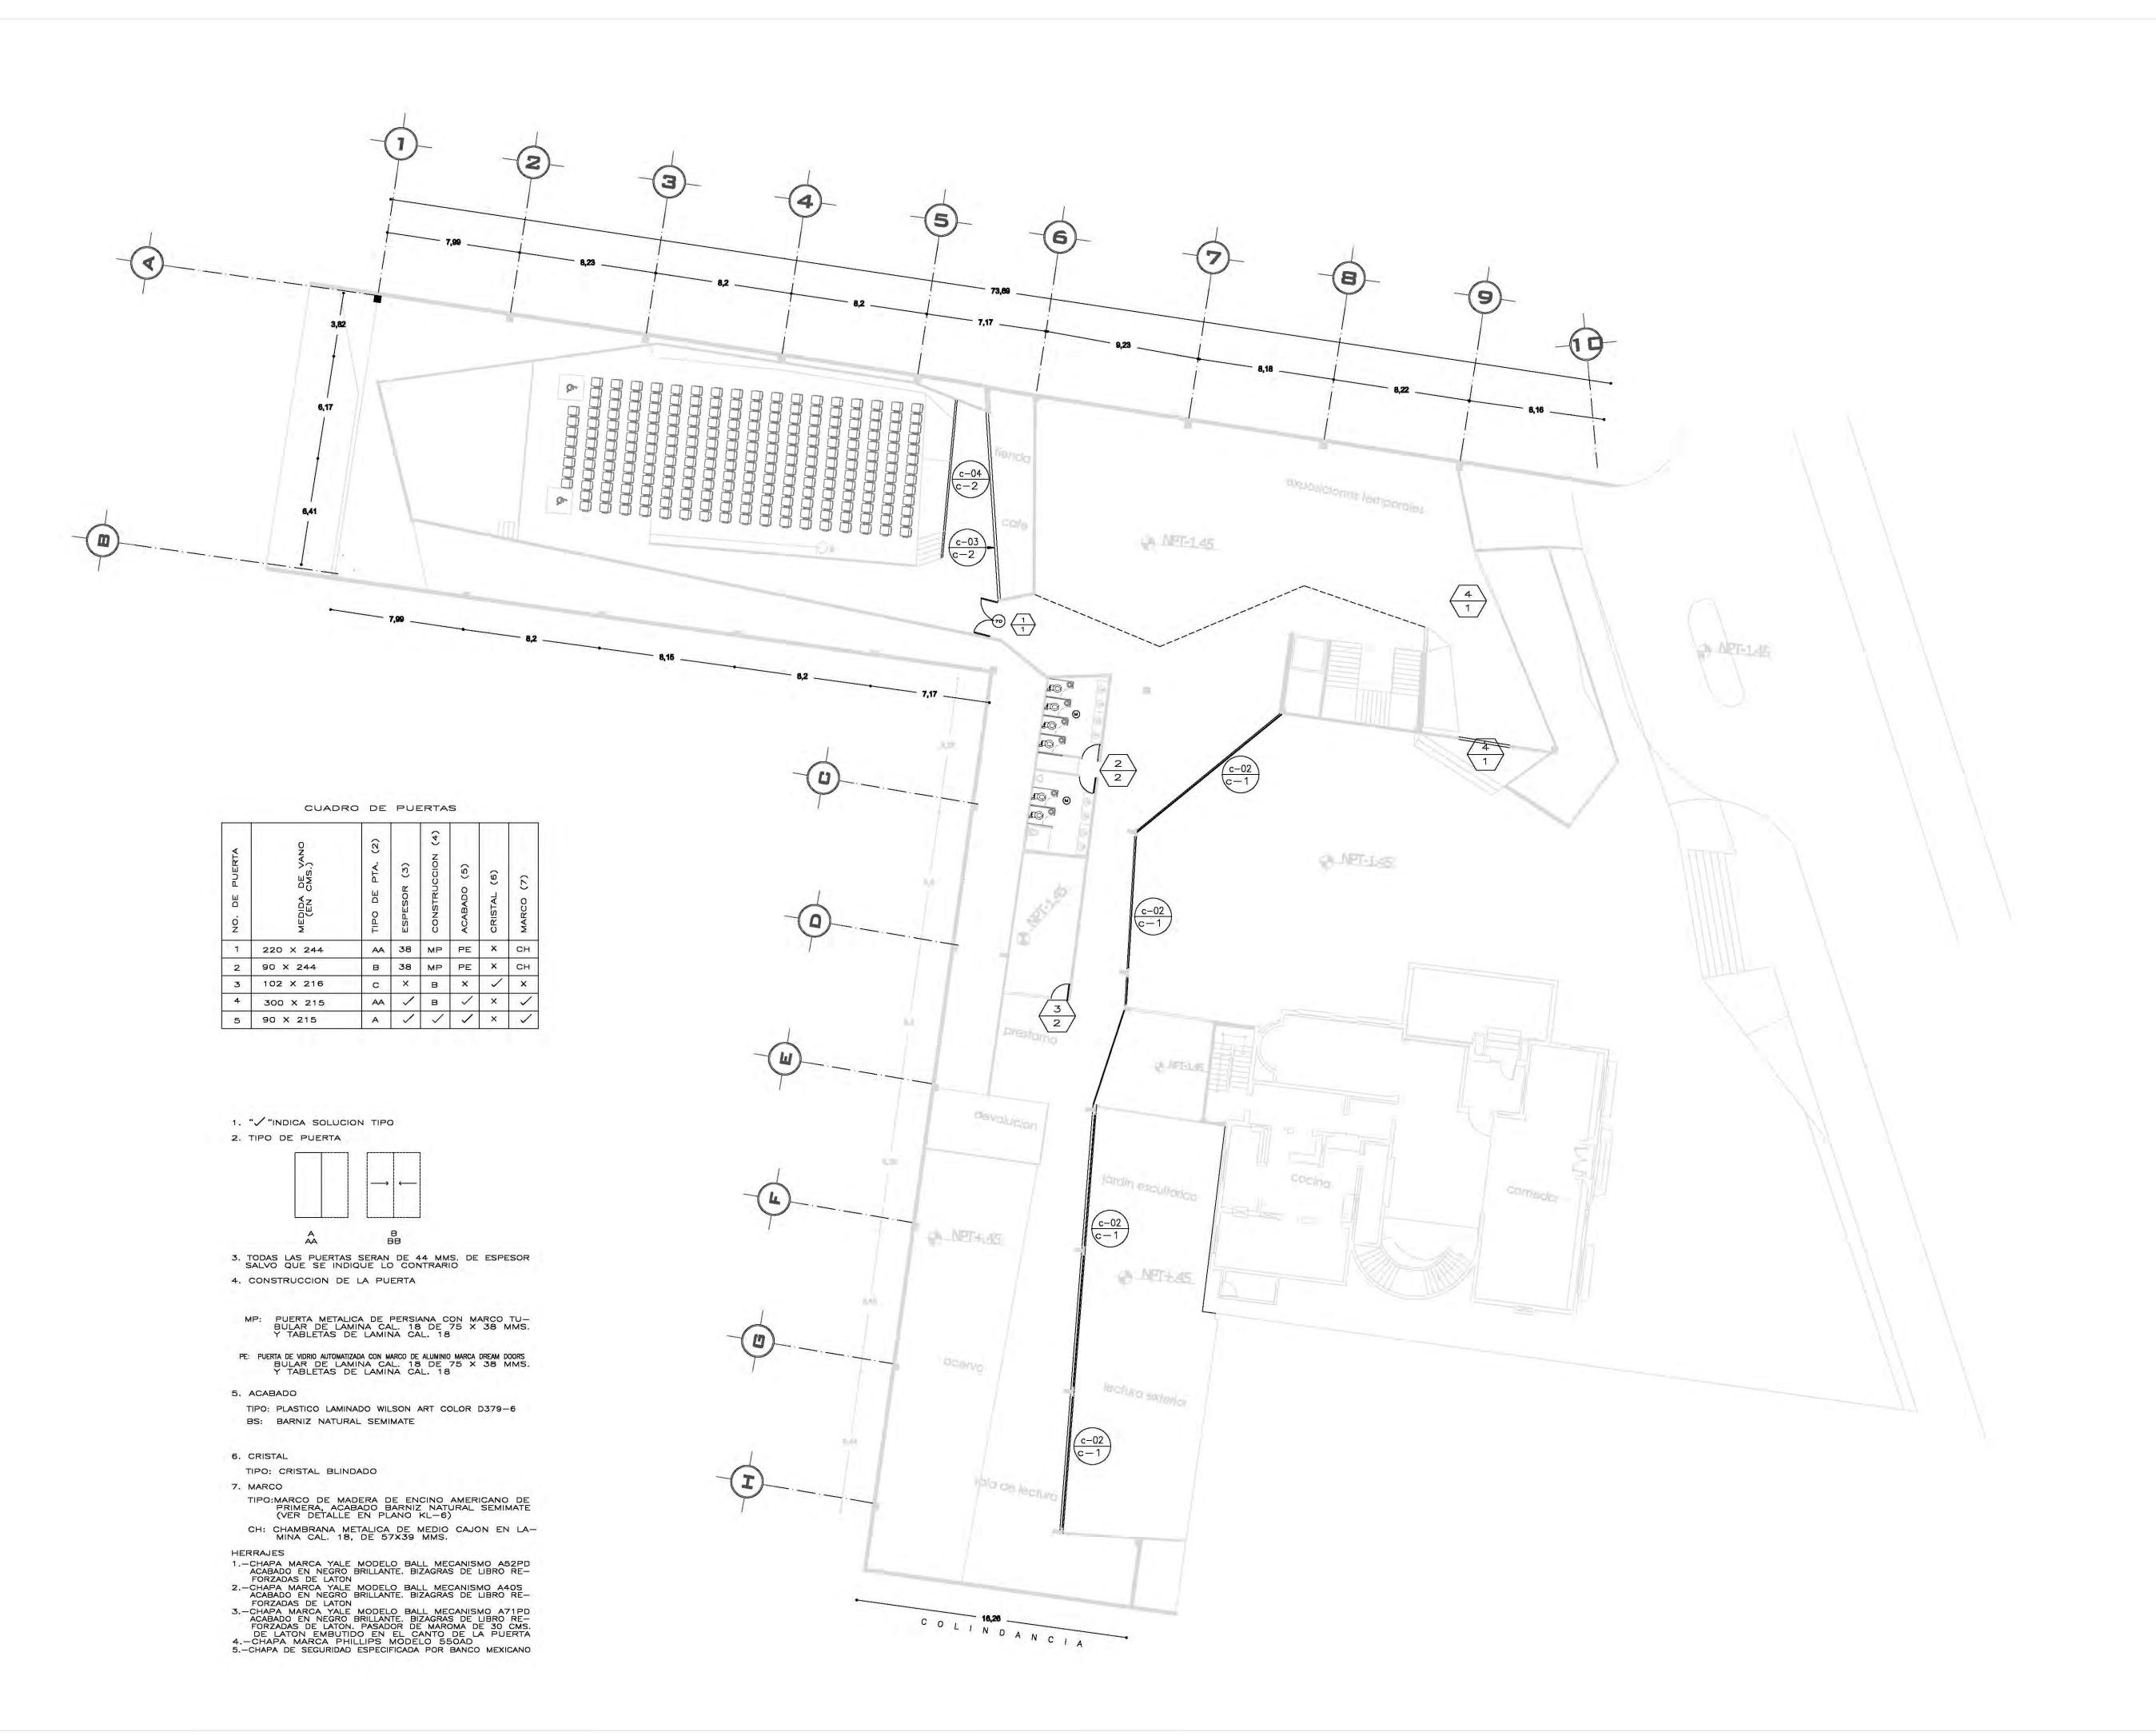




los Leones #43 Col. San Ángel

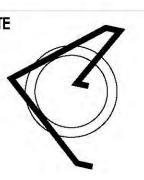

PLANTA ESQUEMÁTICA

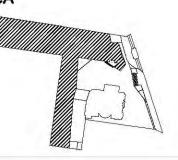

ESCALA GRÁFICA:

SIMBOLOGÍA:

CUADRO DE ÁREAS:

PROYECTO:

CENTRO CULTURAL "JOSÉ LUIS CUEVAS"

UBICACIÓN:

Calzada Desierto de los Leones #43 Col. San Ángel Del. Álvaro Obregón

PLANO:

PLANO DE CONTRO /CANCELERIA PLANTA BAJA

> FECHA: COTAS: metros 8 junio,2011

CLAVE:

SINODALES:

ESCALA:

1:175


DR. ÁLVARO SÁNCHEZ DRA. MÓNICA CEJUDO ARQ. EDUARDO SCHUTTE ARQ. JAVIER SENOSIAIN




PROYECTÓ:






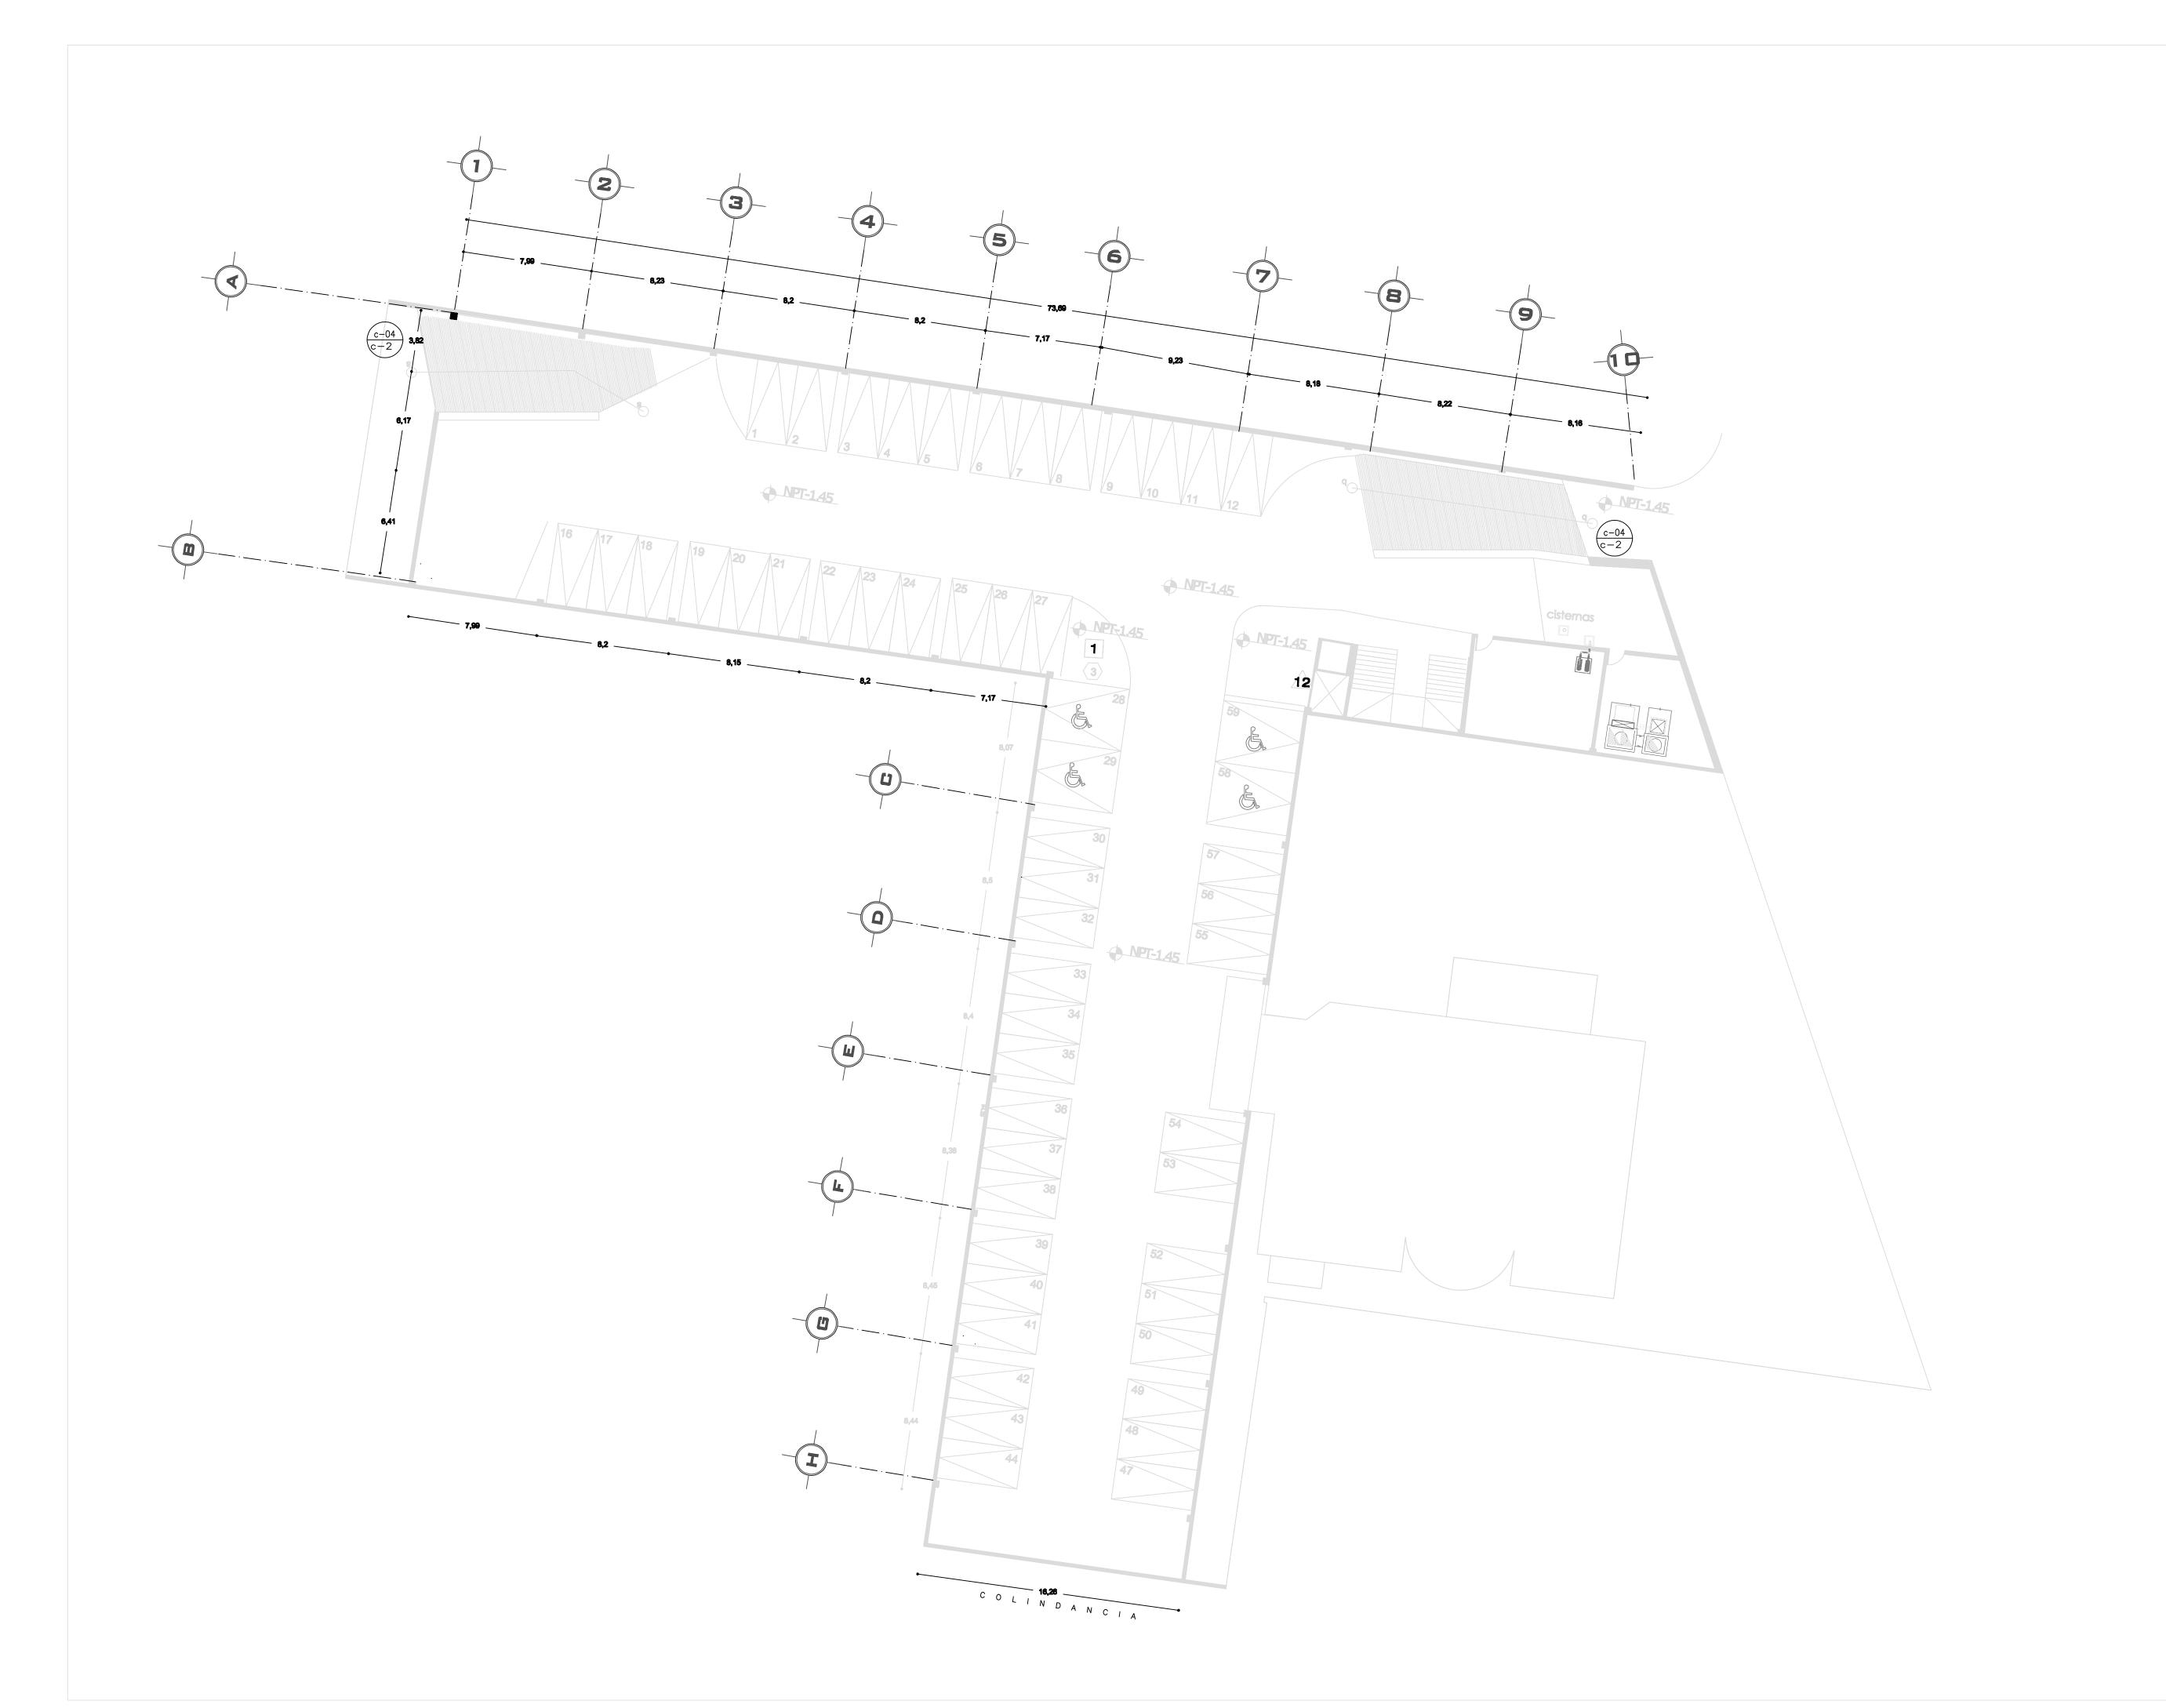



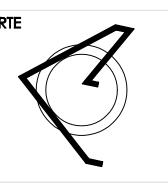

PLANTA ESQUEMÁTICA

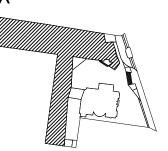

ESCALA GRÁFICA:

SIMBOLOGÍA:

N.L.B.P.

CUADRO DE ÁREAS:

PROYECTO:

CENTRO CULTURAL "JOSÉ LUIS CUEVAS"

UBICACIÓN:

Calzada Desierto de los Leones #43 Col. San Ángel Del. Álvaro Obregón

PLANO: PLANO DE CONTRO /CANCELERIA SOTANO CLAVE:

ESCALA: 1:175 COTAS: metros

SINODALES:

DR. ÁLVARO SÁNCHEZ DRA. MÓNICA CEJUDO ARQ. EDUARDO SCHUTTE ARQ. JAVIER SENOSIAIN



PROYECTÓ:

MARCOS SAMUEL MARTÍNEZ ARTEAGA


FECHA: 8 junio,2011







CANCEL FOYER AUDITORIO ESCALA 1:25


ESCALA 1:25

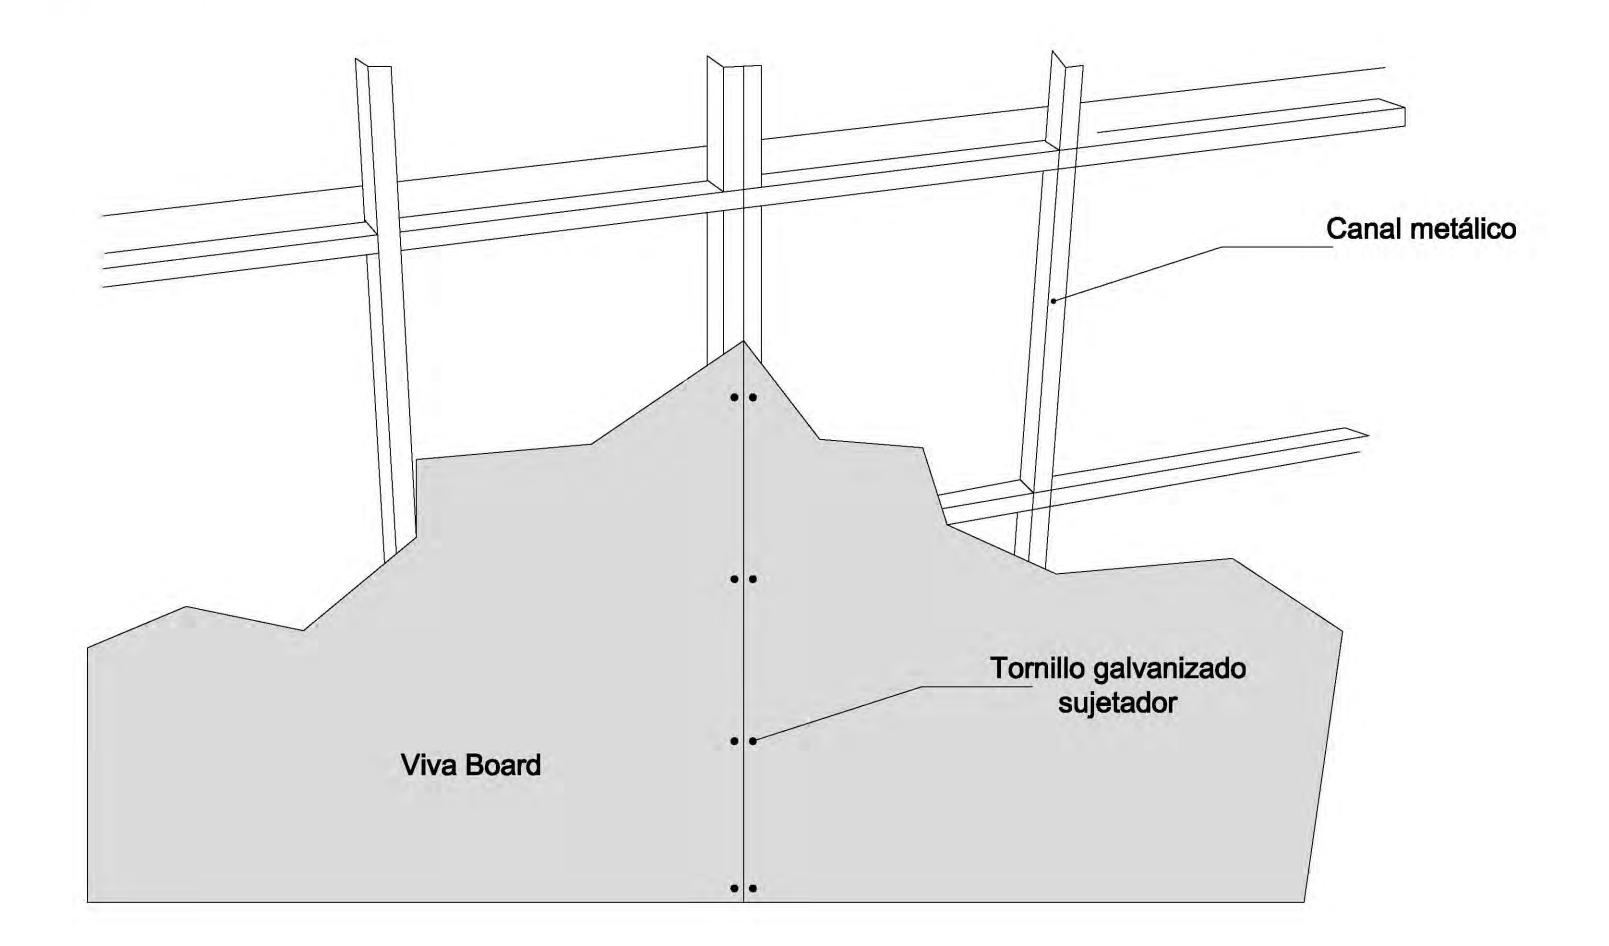

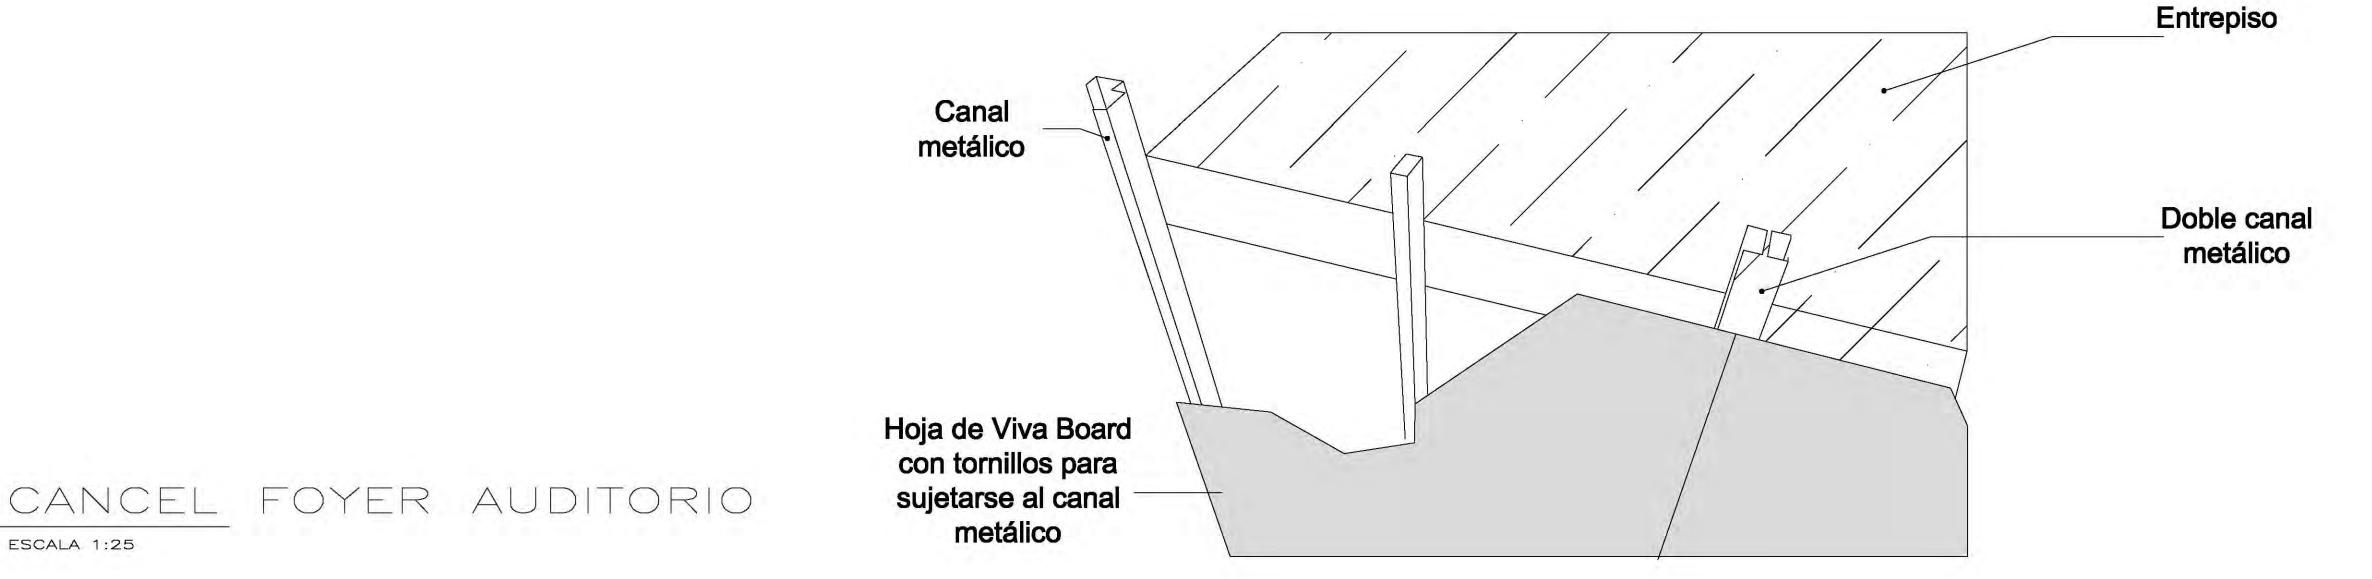





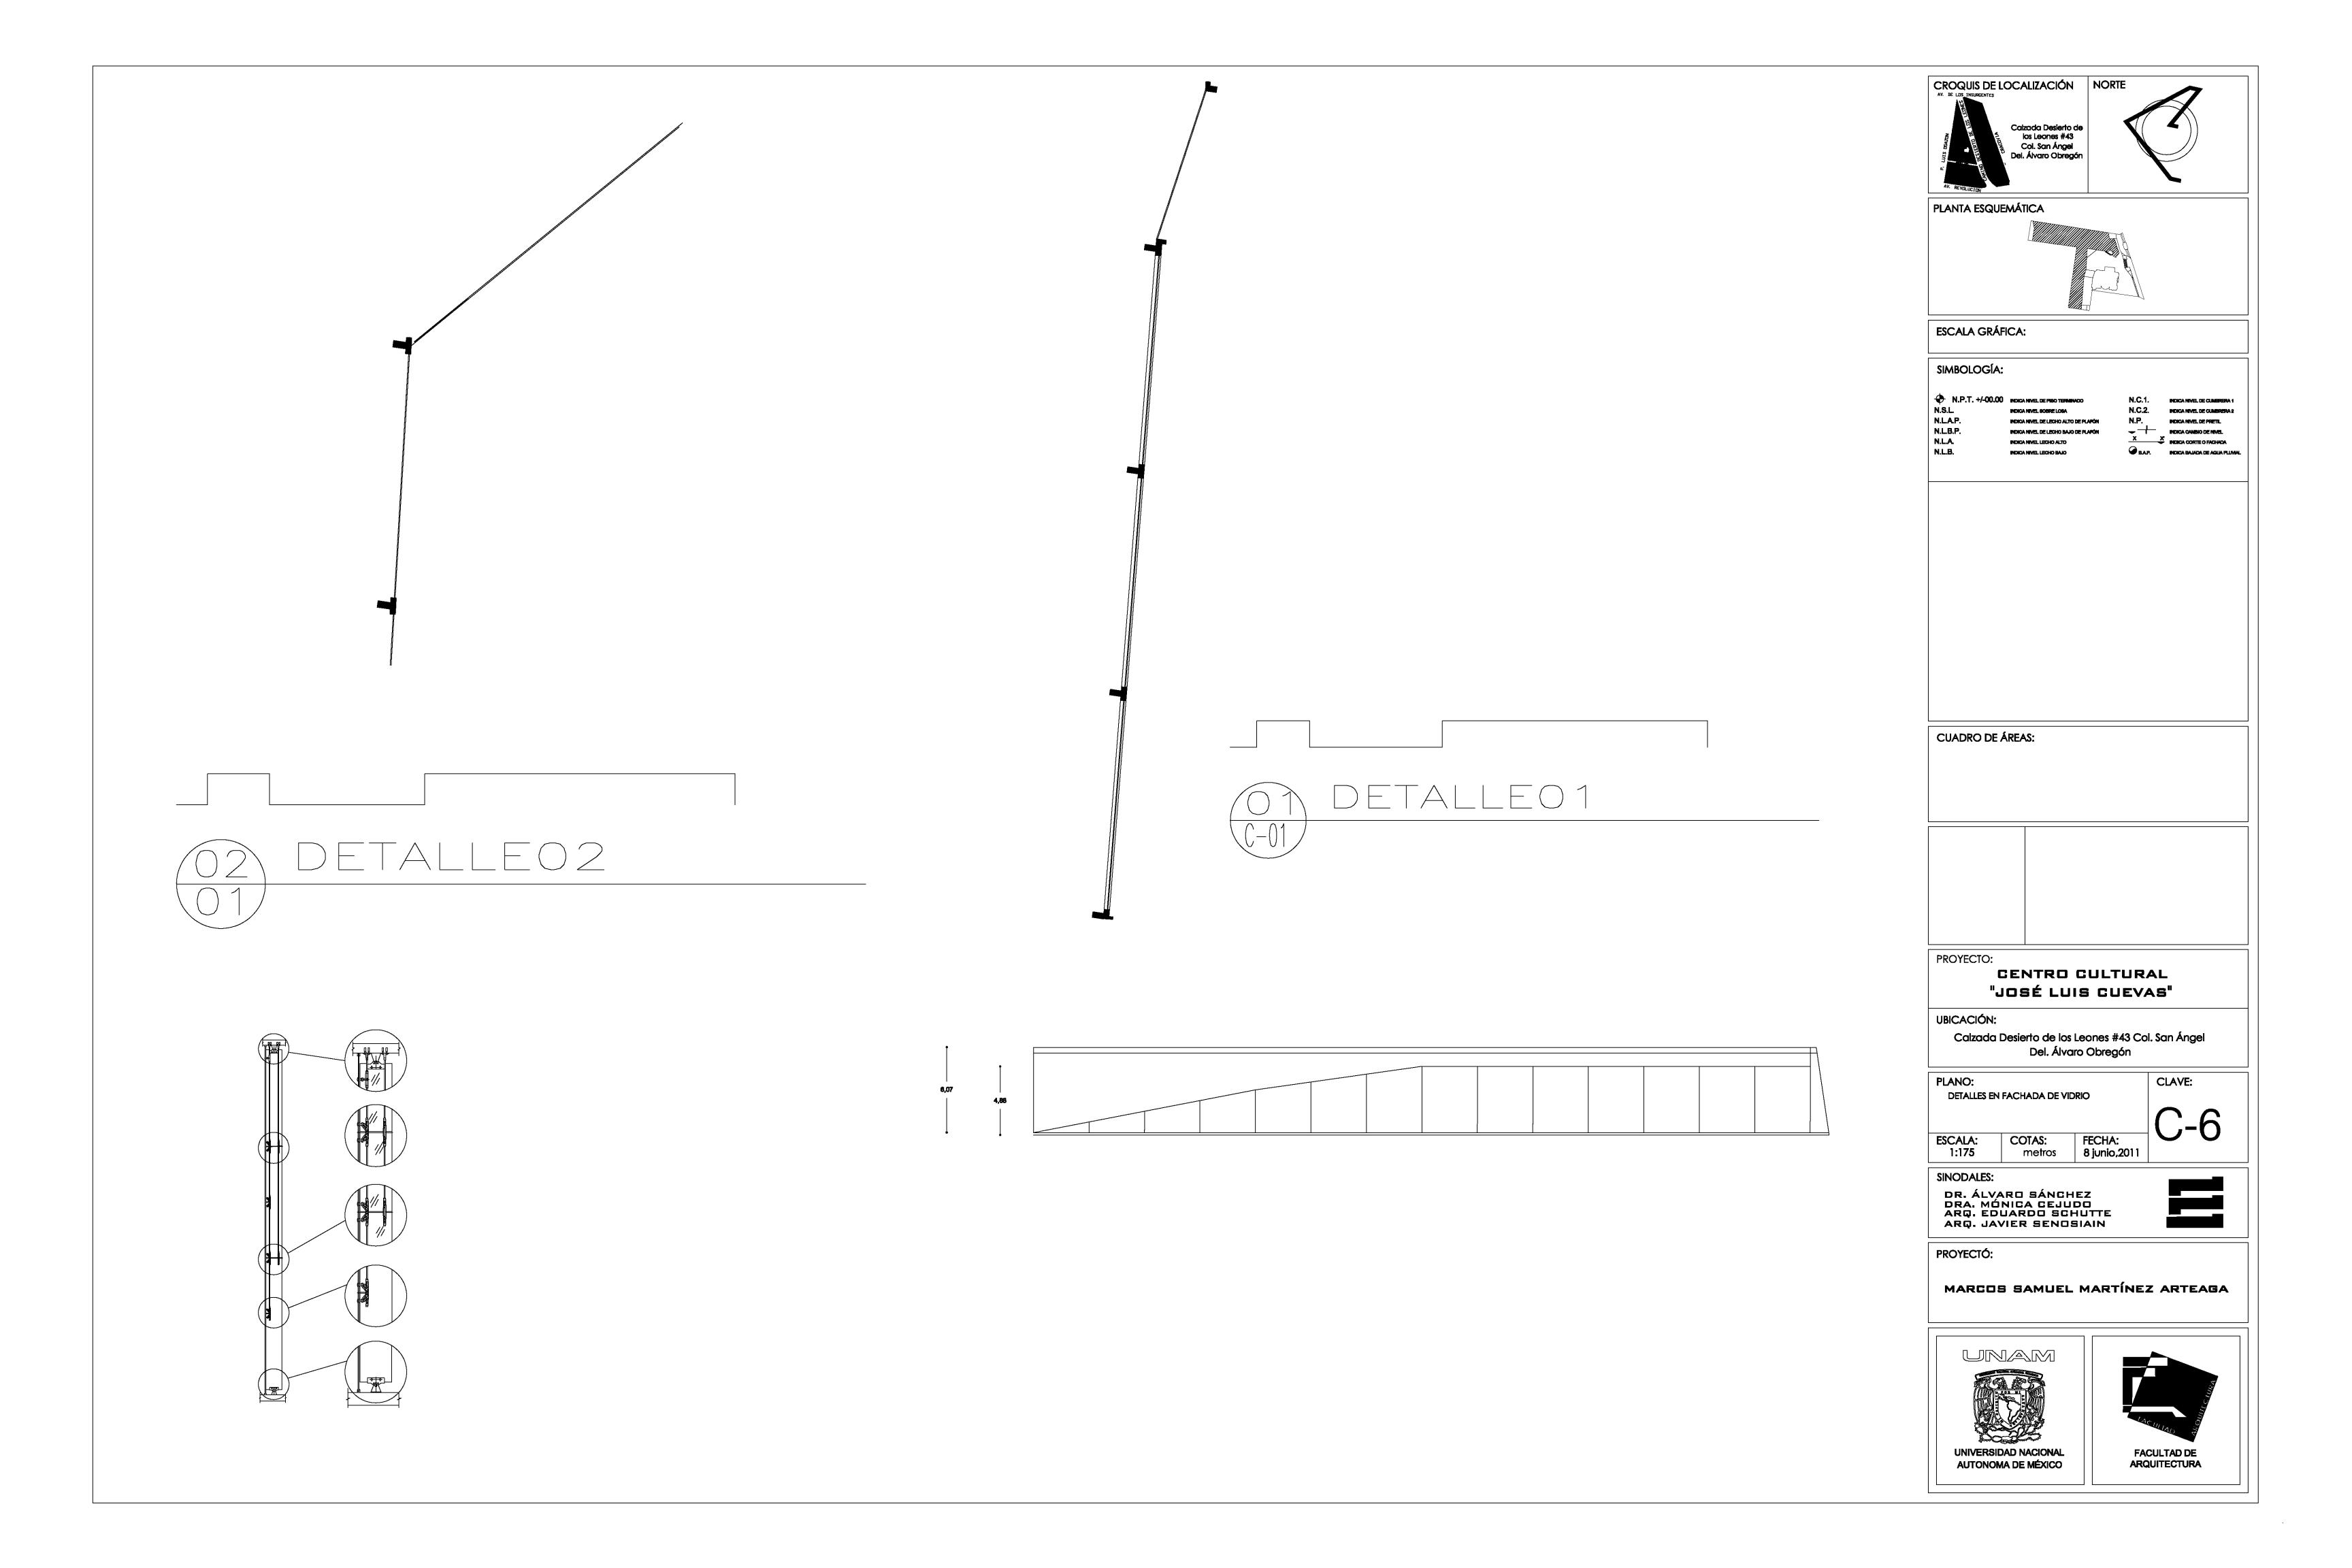

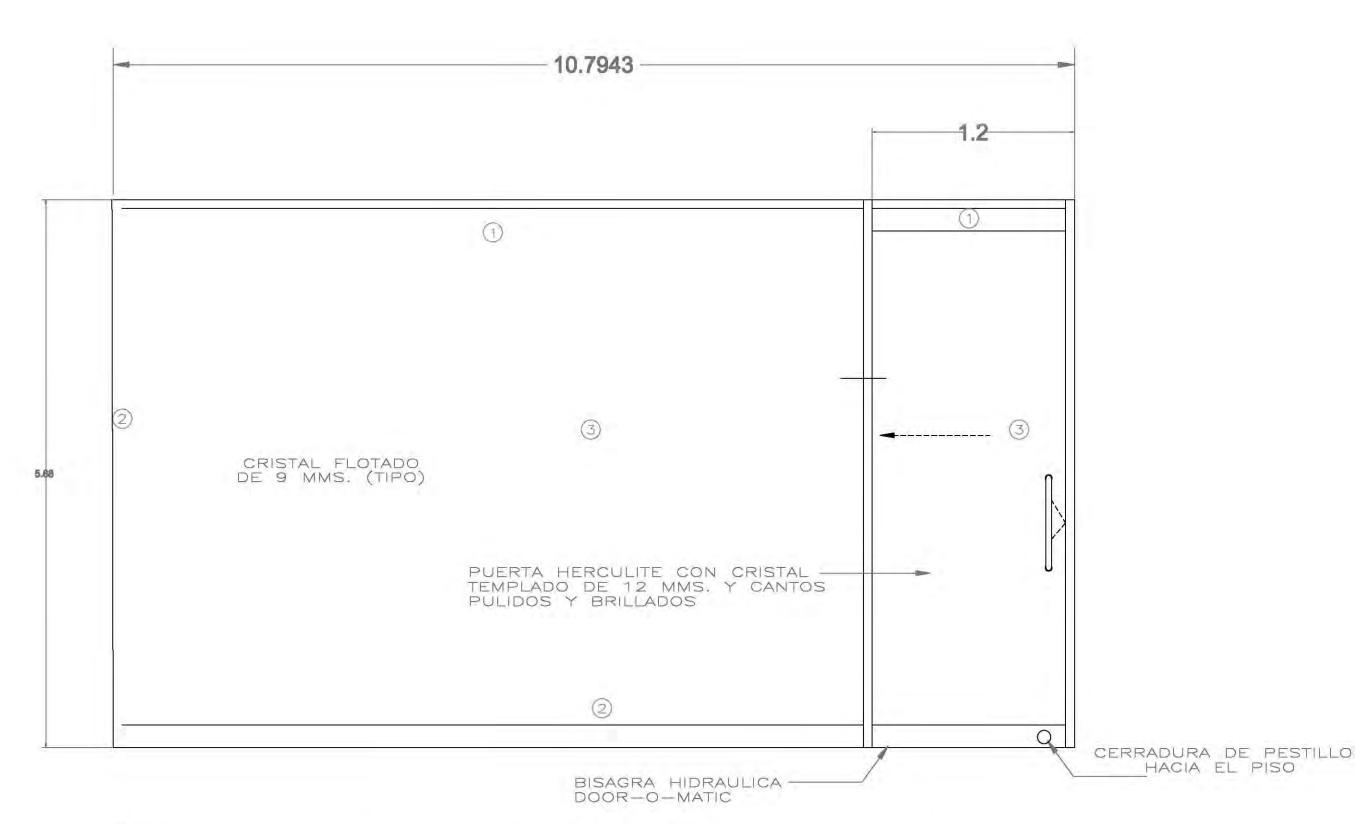

CANCEL FOYER AUDITORIO ESCALA 1:25

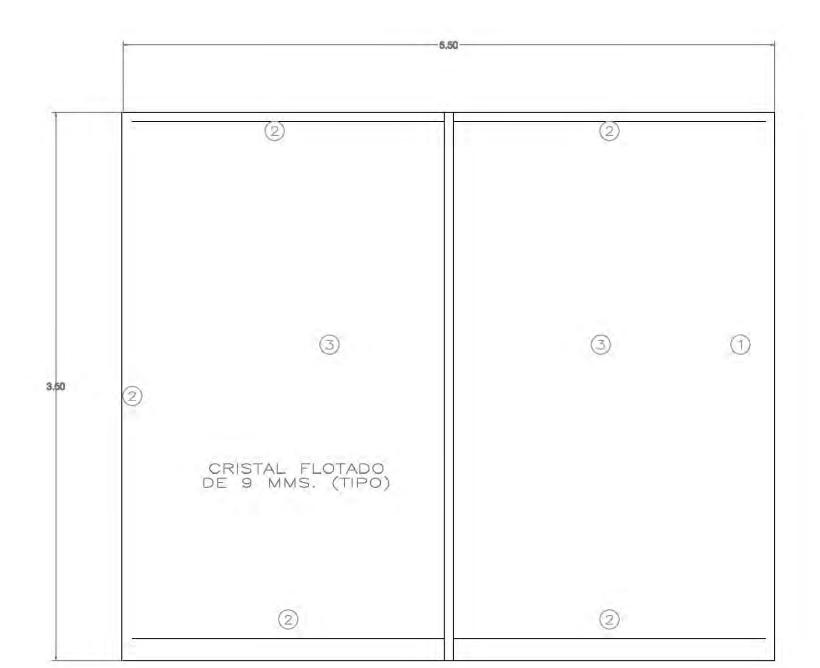

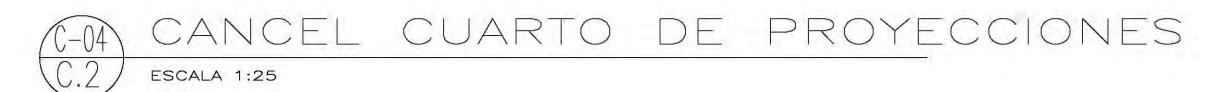

DETALLE DE MARCO


BASTIDOR METALICO DEL MURO DE TABLAROCA.

- PORTAVIDRIO DE ALUMINIO ANODIZADO DURANODIC 3 | 2 BASE 7403, JUNQUILLO 7404.


3 CRISTAL DE 6mm FLOTADO TRANSPARENTE



los Leones #43 Col. San Ángel Del. Álvaro Obregón

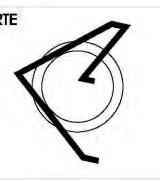

PLANTA ESQUEMÁTICA

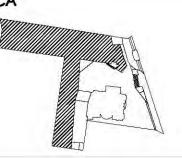

ESCALA GRÁFICA:

SIMBOLOGÍA:

N.L.A.P. N.L.B.P. N.L.A.

CUADRO DE ÁREAS:

PROYECTO:

CENTRO CULTURAL "JOSÉ LUIS CUEVAS"

UBICACIÓN:

Calzada Desierto de los Leones #43 Col. San Ángel Del. Álvaro Obregón

PLANO:

Plano estructural planta baja

CLAVE:

metros 8 junio,2011



SINODALES:

ESCALA: 1:175


DR. ÁLVARO SÁNCHEZ DRA. MÓNICA CEJUDO ARQ. EDUARDO SCHUTTE ARQ. JAVIER SENOSIAIN





PROYECTÓ:






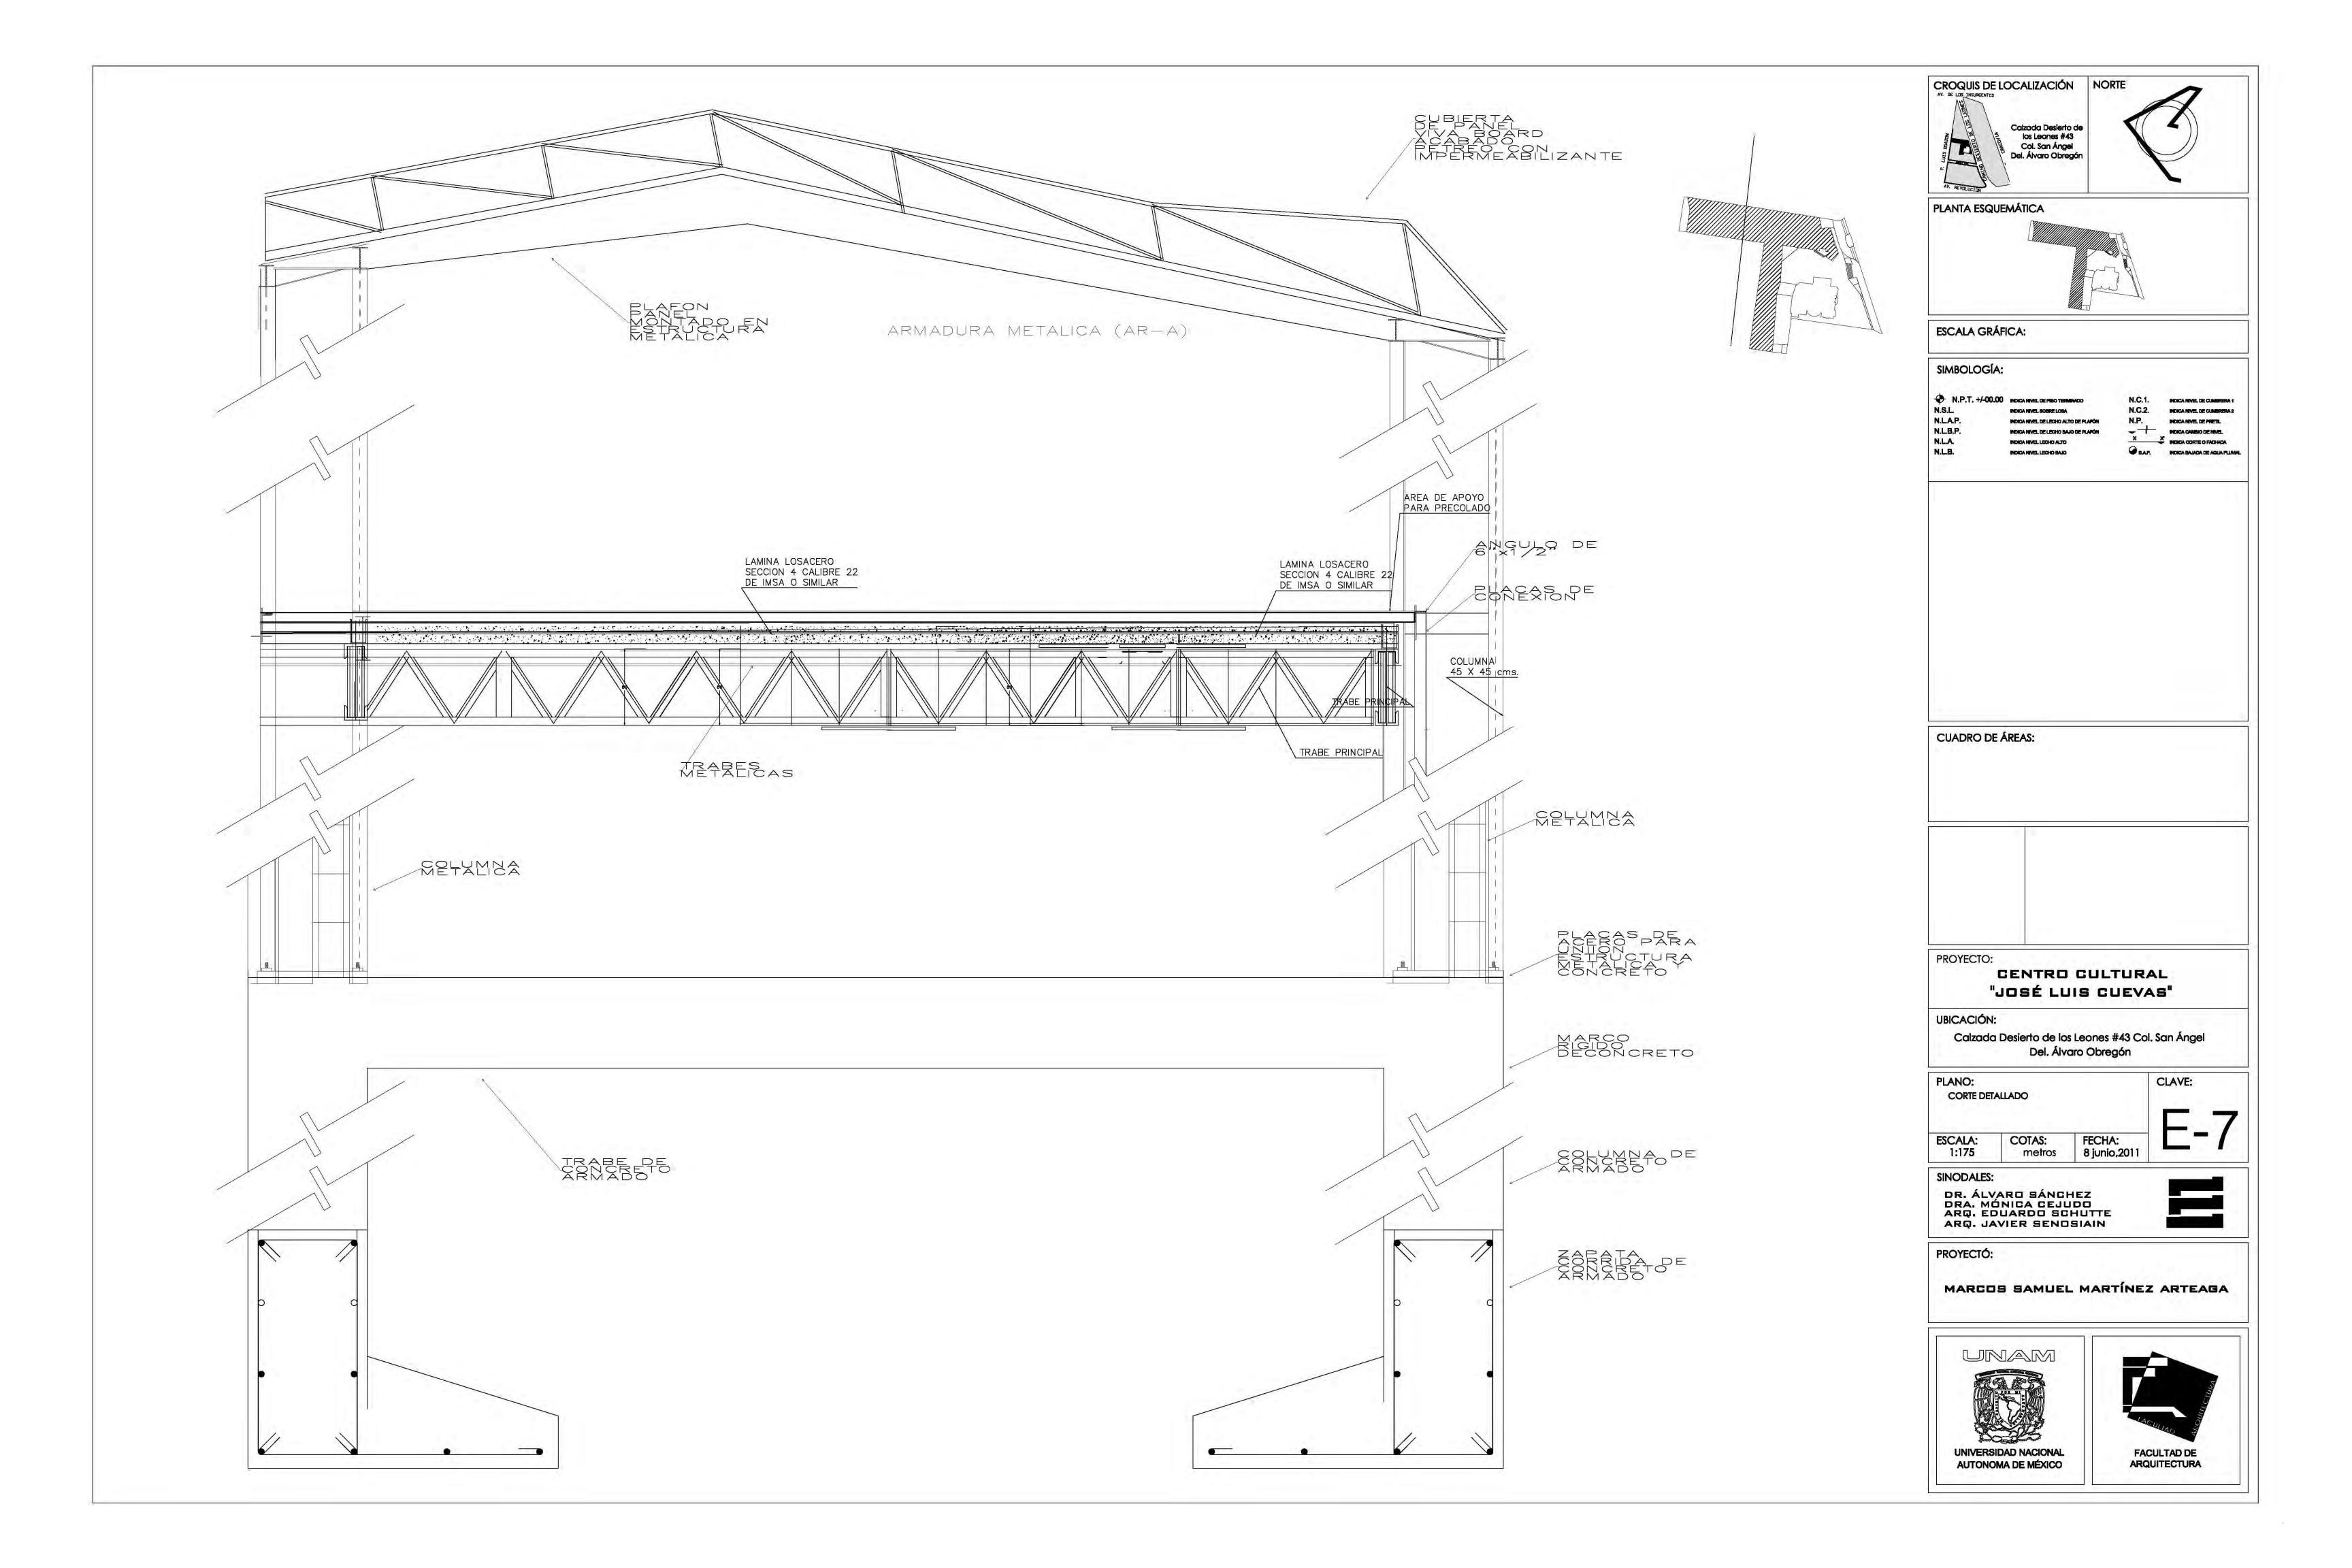

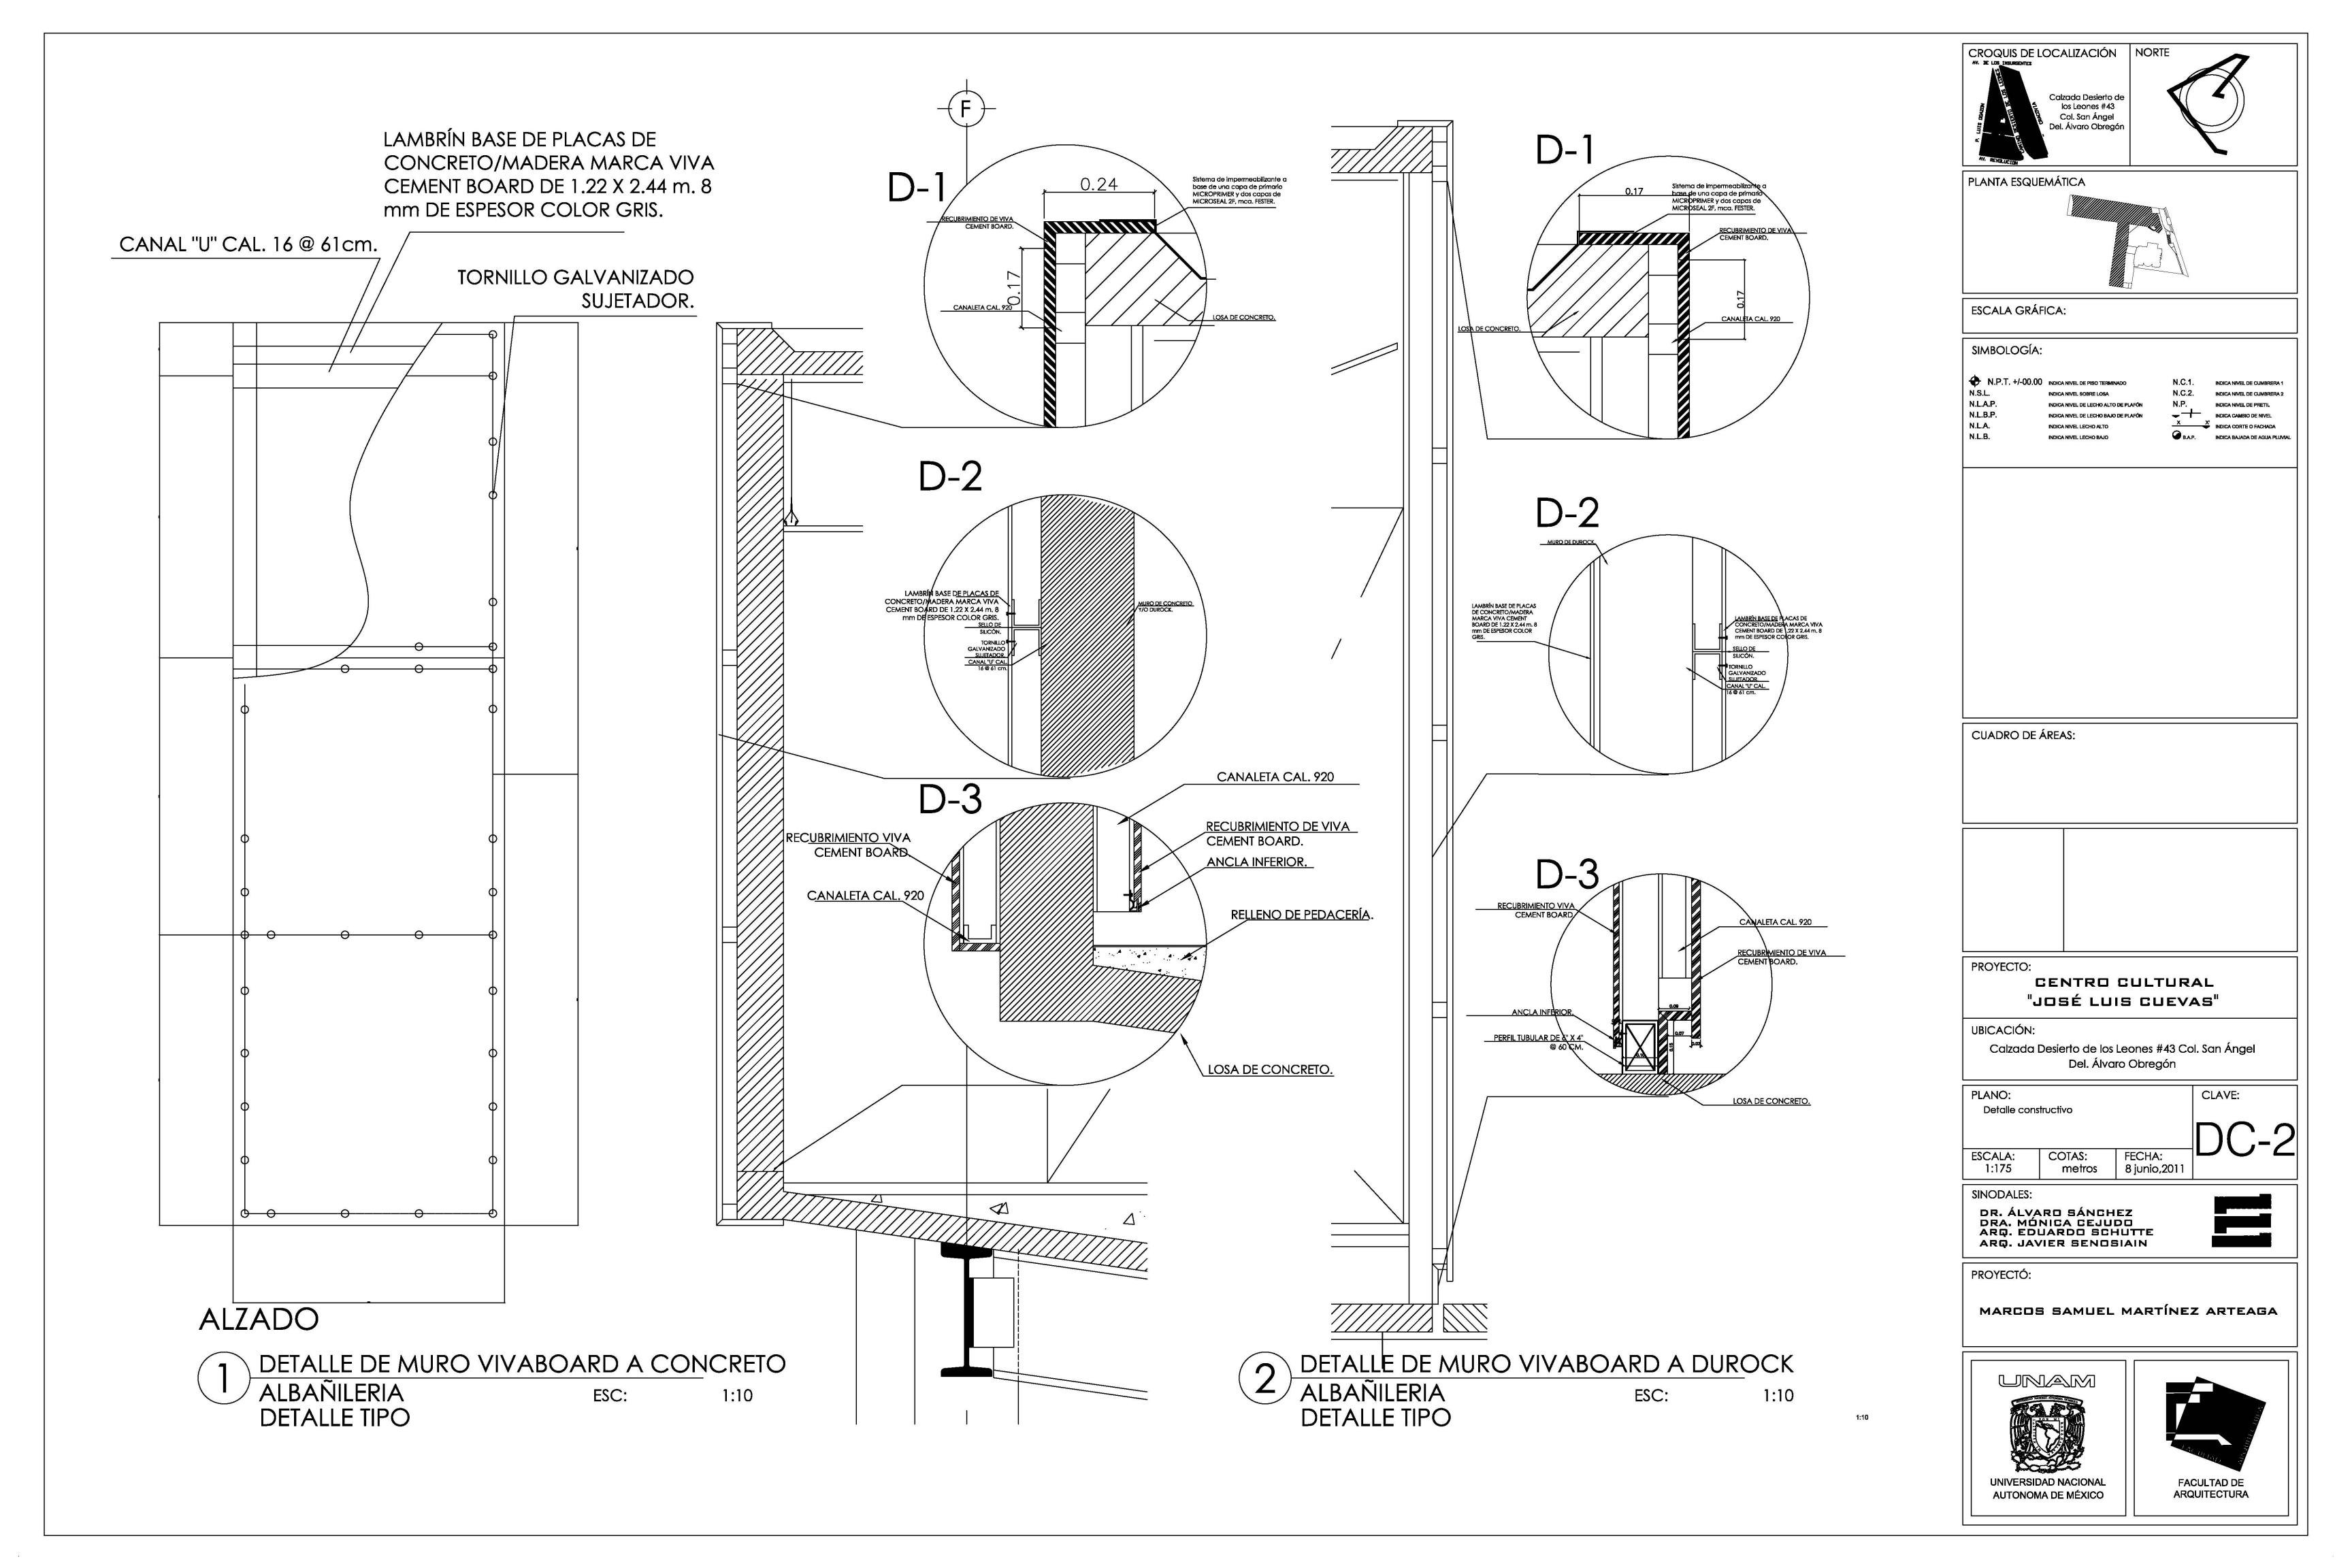


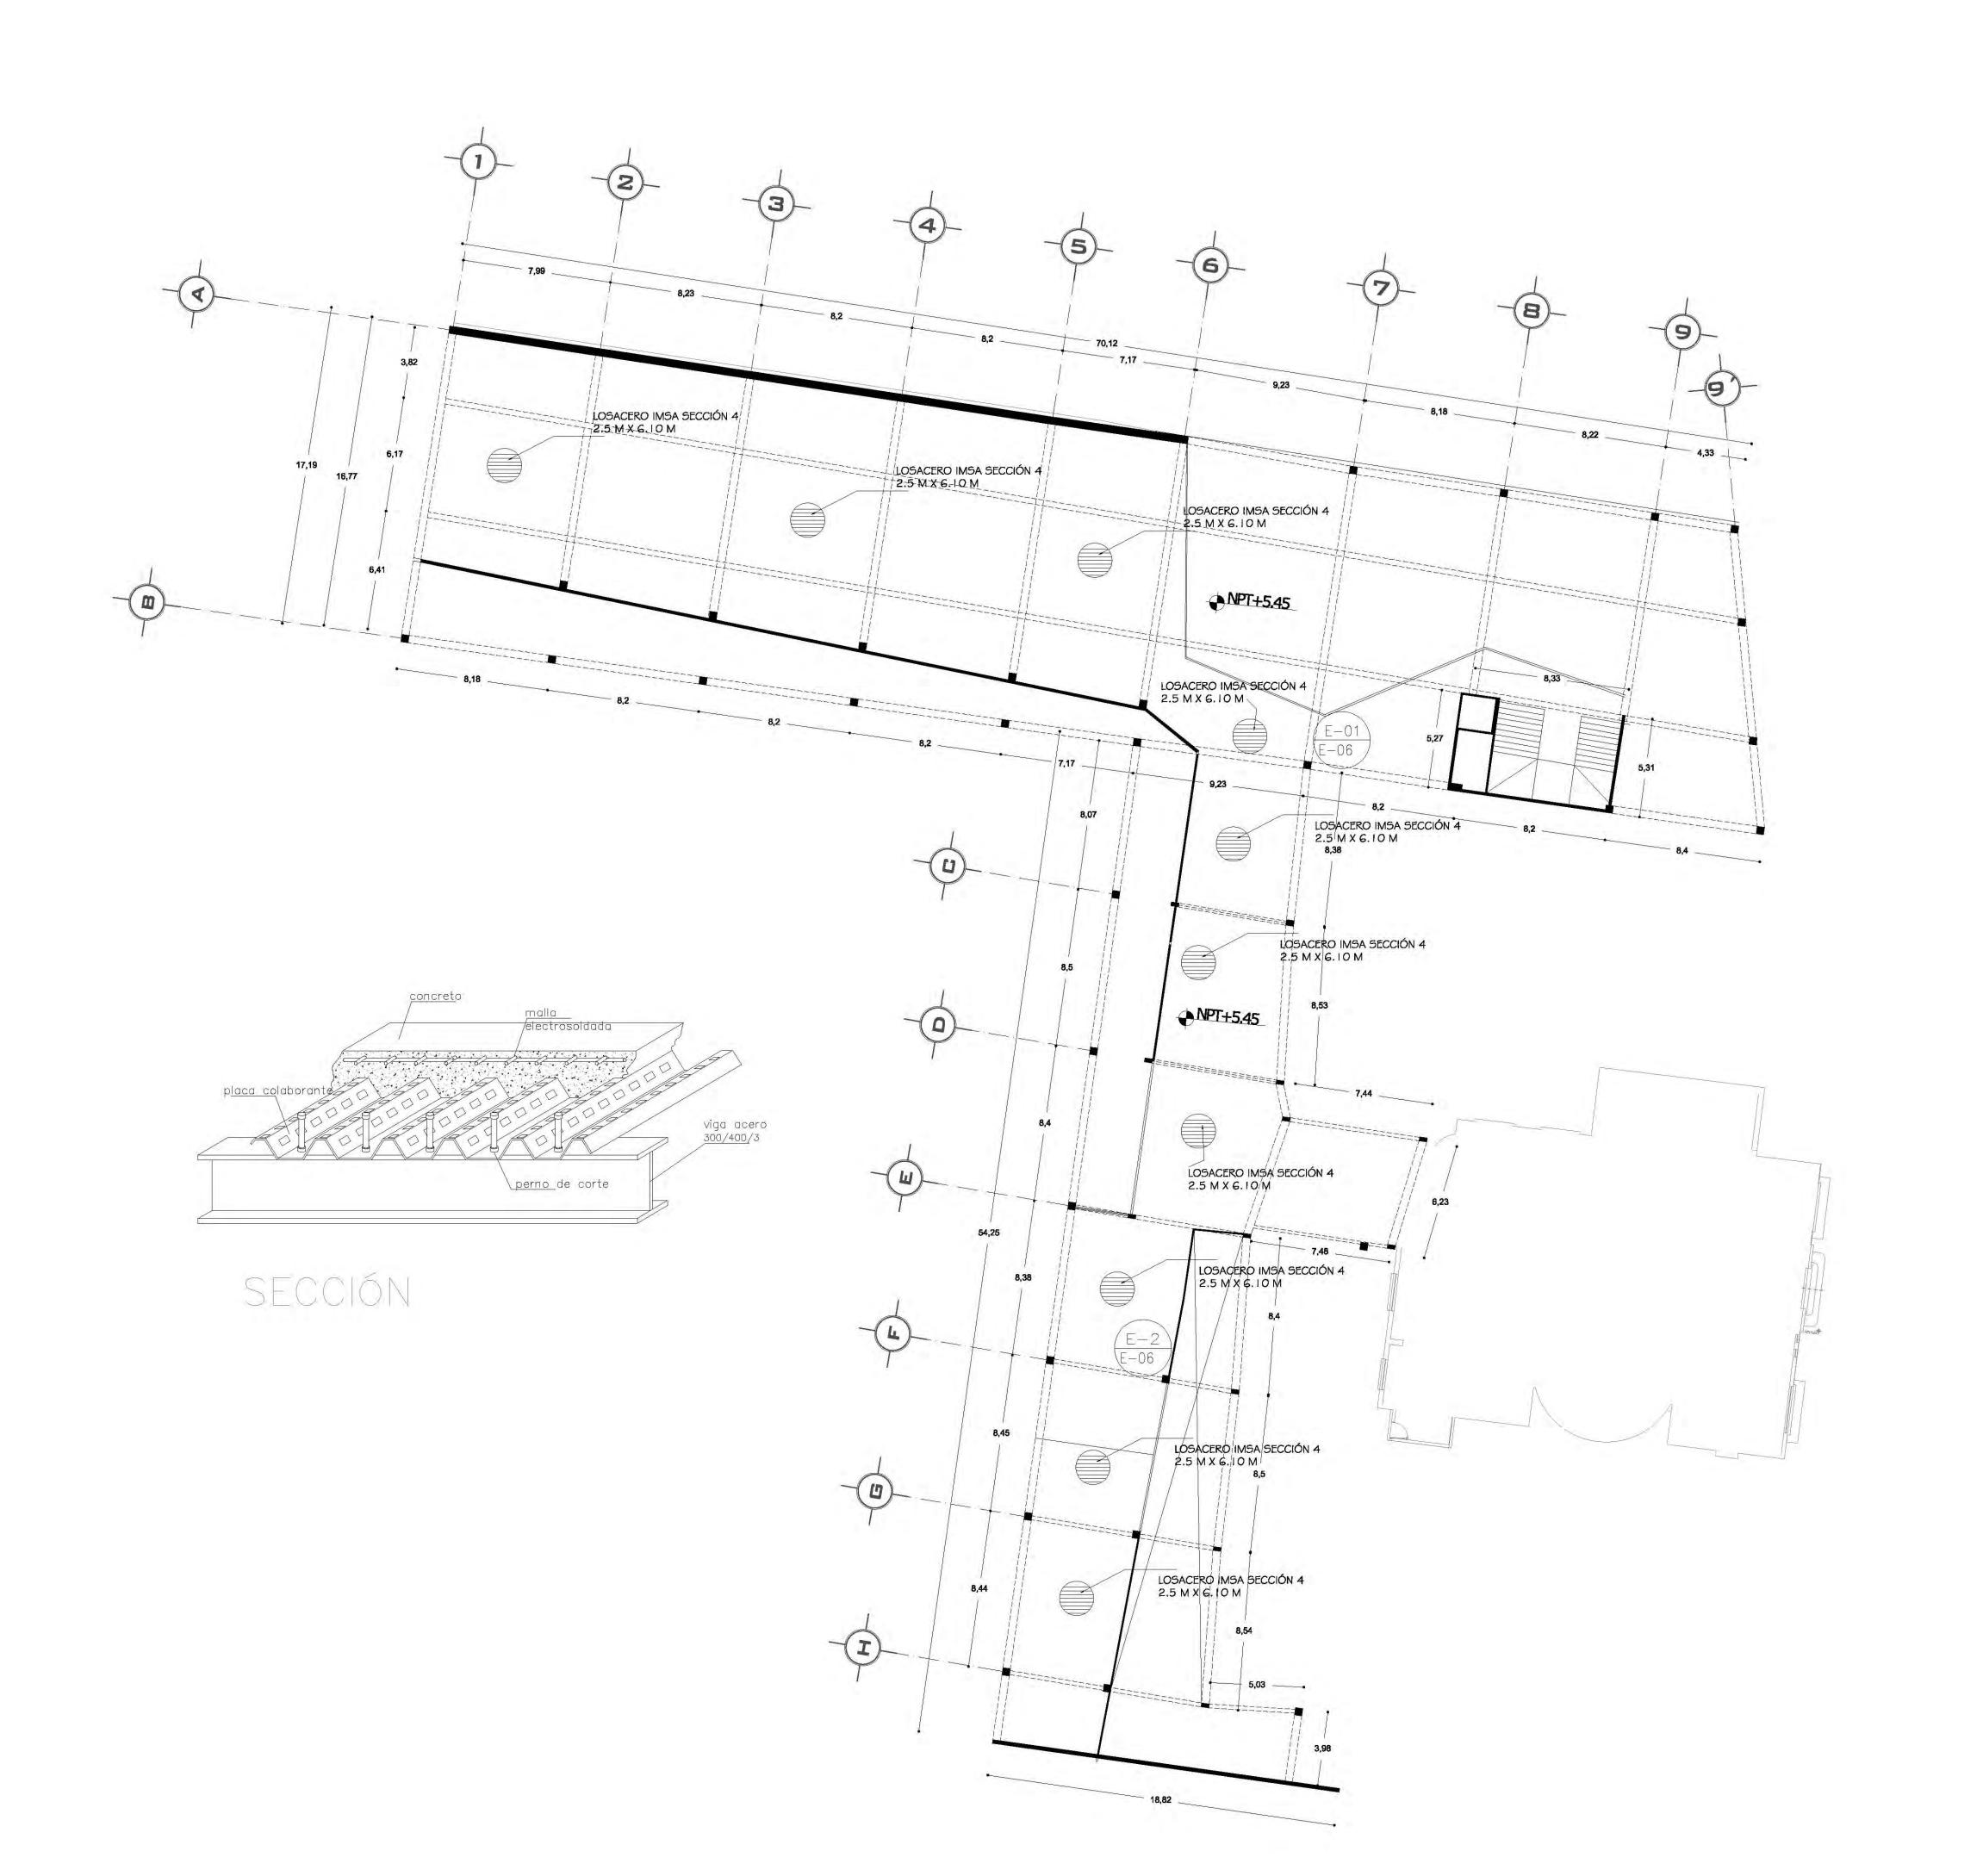



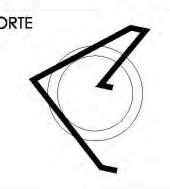

PLANTA ESQUEMÁTICA

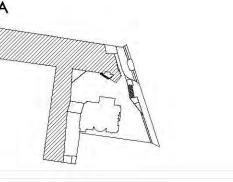

ESCALA GRÁFICA:

SIMBOLOGÍA:

N.P.T. +/-00.00	INDICA NIVEL DE PISO TERMINADO
N.S.L.	INDICA NIVEL SOBRE LOSA
N.L.A.P.	INDICA NIVEL DE LECHO ALTO DE PLAFÓN
N.L.B.P.	INDICA NIVEL DE LECHO BAJO DE PLAFÓN
N.L.A.	INDICA NIVEL LECHO ALTO
N.L.B.	INDICA NIVEL LECHO BAJO
G.E.D.	INDICA NIVEL LECHO BADO

INDICA CAMBIO DE NIVEL X INDICA CORTE O FACHADA B.A.P. INDICA BAJADA DE AGUA PLUVIAL

INDICA NIVEL DE CUMBRERA 2 INDICA NIVEL DE PRETIL

CUADRO DE ÁREAS:

PROYECTO:

CENTRO CULTURAL "JOSÉ LUIS CUEVAS"

UBICACIÓN:

Calzada Desierto de los Leones #43 Col. San Ángel Del. Álvaro Obregón

PLANO: PLANO ESTRUCTURAL PLANTA ALTA

COTAS:

metros



CLAVE:

SINODALES:

ESCALA: 1:175

DR. ÁLVARO SÁNCHEZ DRA. MÓNICA CEJUDO ARQ. EDUARDO SCHUTTE ARQ. JAVIER SENOSIAIN




PROYECTÓ:


MARCOS SAMUEL MARTÍNEZ ARTEAGA




UNIVERSIDAD NACIONAL AUTONOMA DE MÉXICO

FACULTAD DE ARQUITECTURA

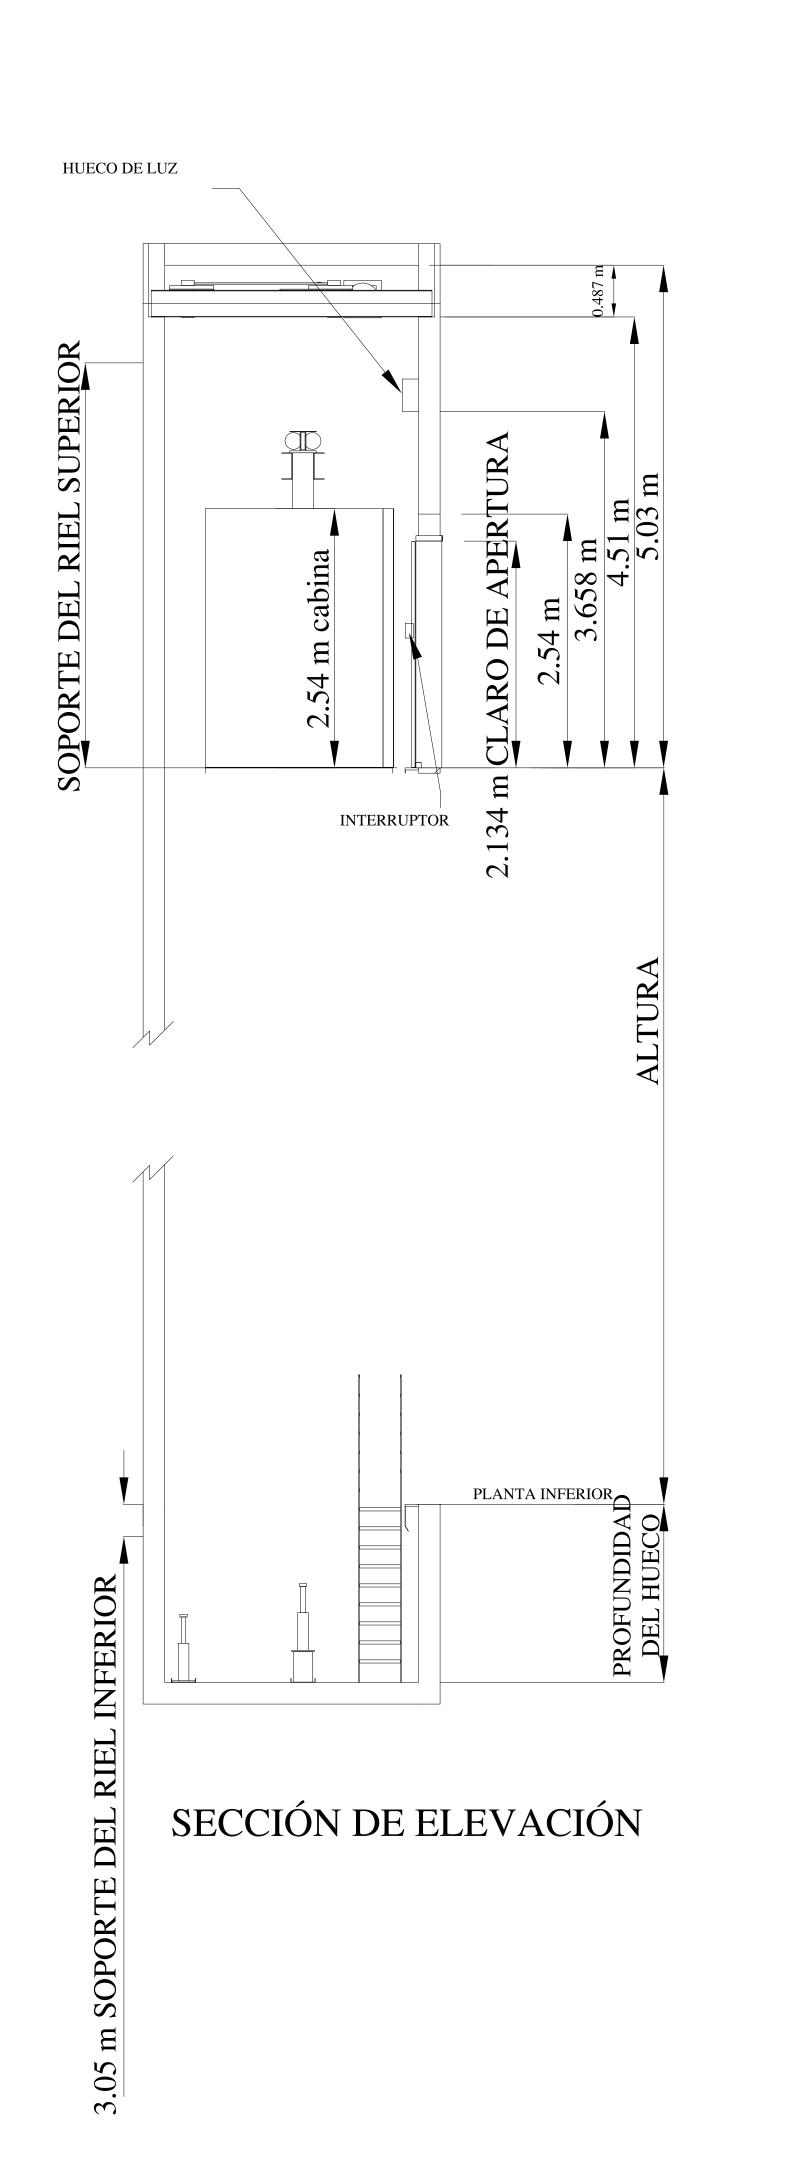

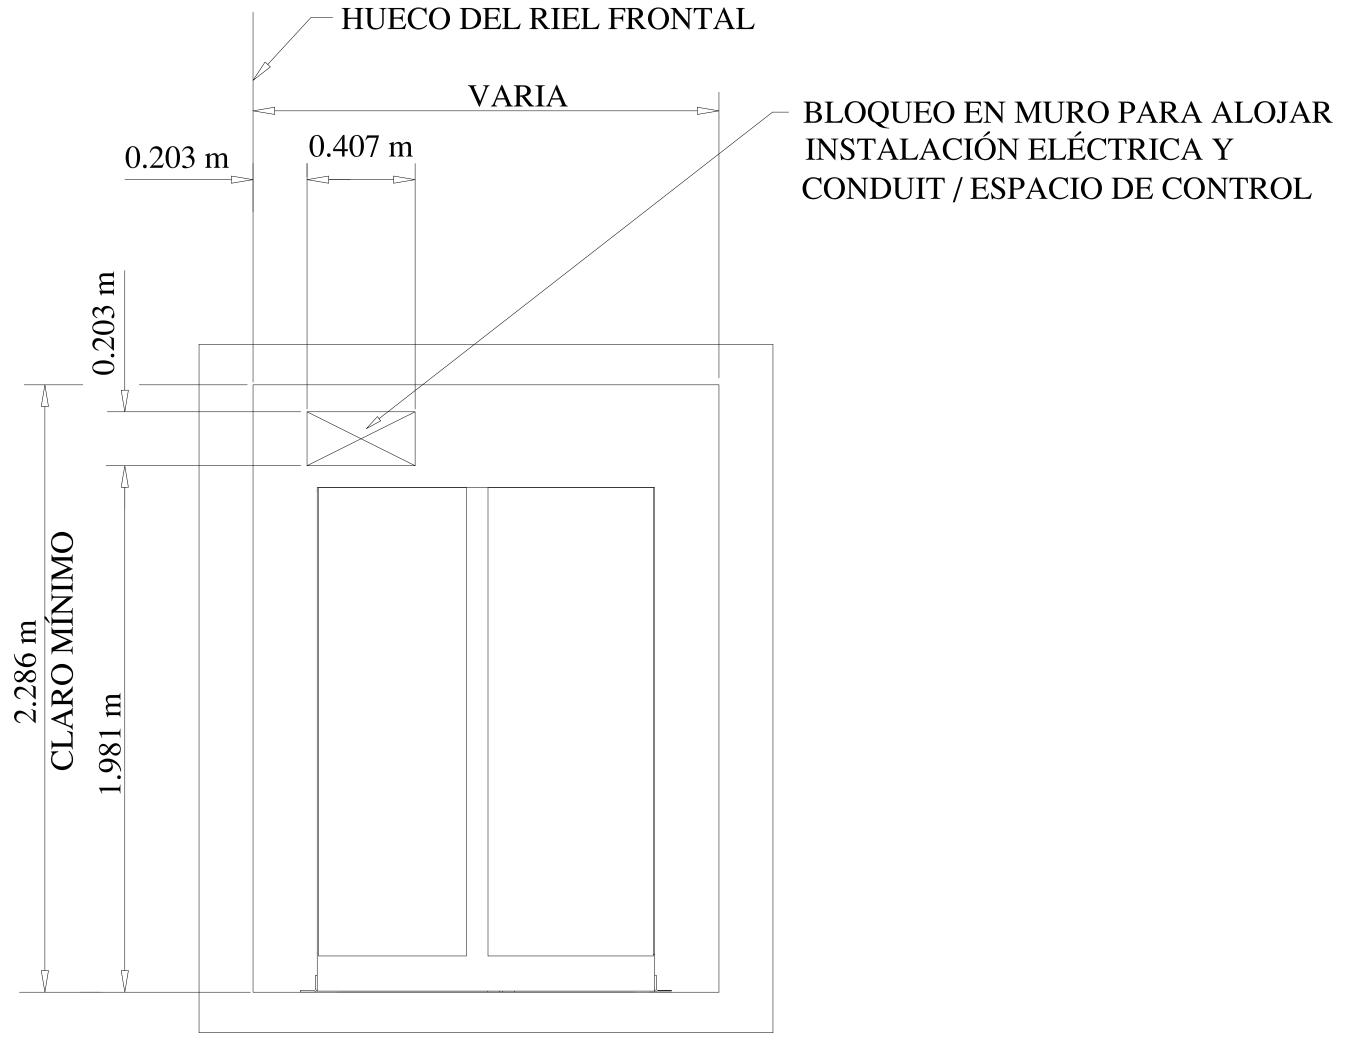


SECCIÓN Z - Z

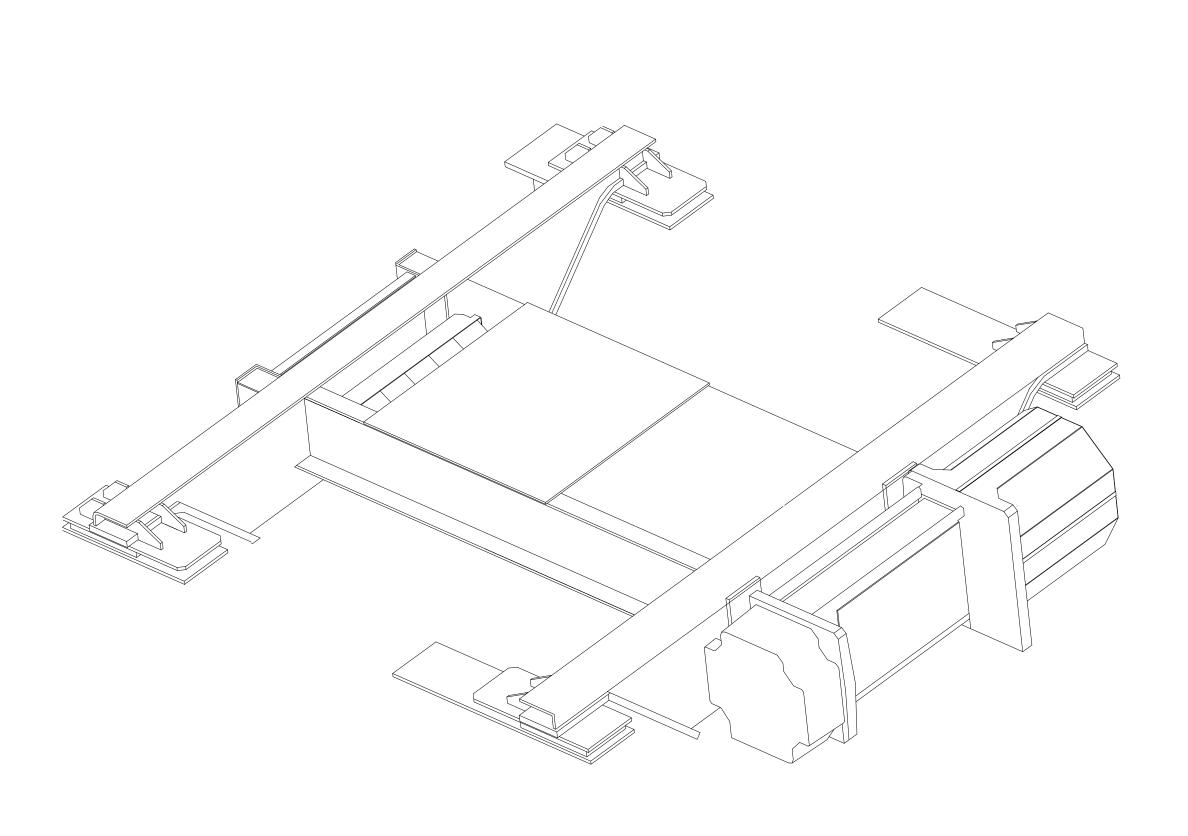


ESTRUCTURA DE LA MÁQUINA



Calzada Desierto de los Leones #43 Col. San Ángel Del. Álvaro Obregón

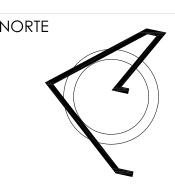

PLANTA ESQUEMÁTICA

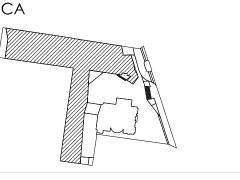

ESCALA GRÁFICA:

SIMBOLOGÍA:

CUADRO DE ÁREAS:

PROYECTO:

CENTRO CULTURAL

"JOSÉ LUIS CUEVAS"

UBICACIÓN:

Calzada Desierto de los Leones #43 Col. San Ángel Del. Álvaro Obregón

PLANO:

DETALLE ELEVADOR

ESCALA: 1:175

SINODALES:


DR. ÁLVARO SÁNCHEZ DRA. MÓNICA CEJUDO ARQ. EDUARDO SCHUTTE ARQ. JAVIER SENOSIAIN


PROYECTÓ:

MARCOS SAMUEL MARTÍNEZ ARTEAGA




UNIVERSIDAD NACIONAL FACULTAD DE ARQUITECTURA AUTONOMA DE MÉXICO

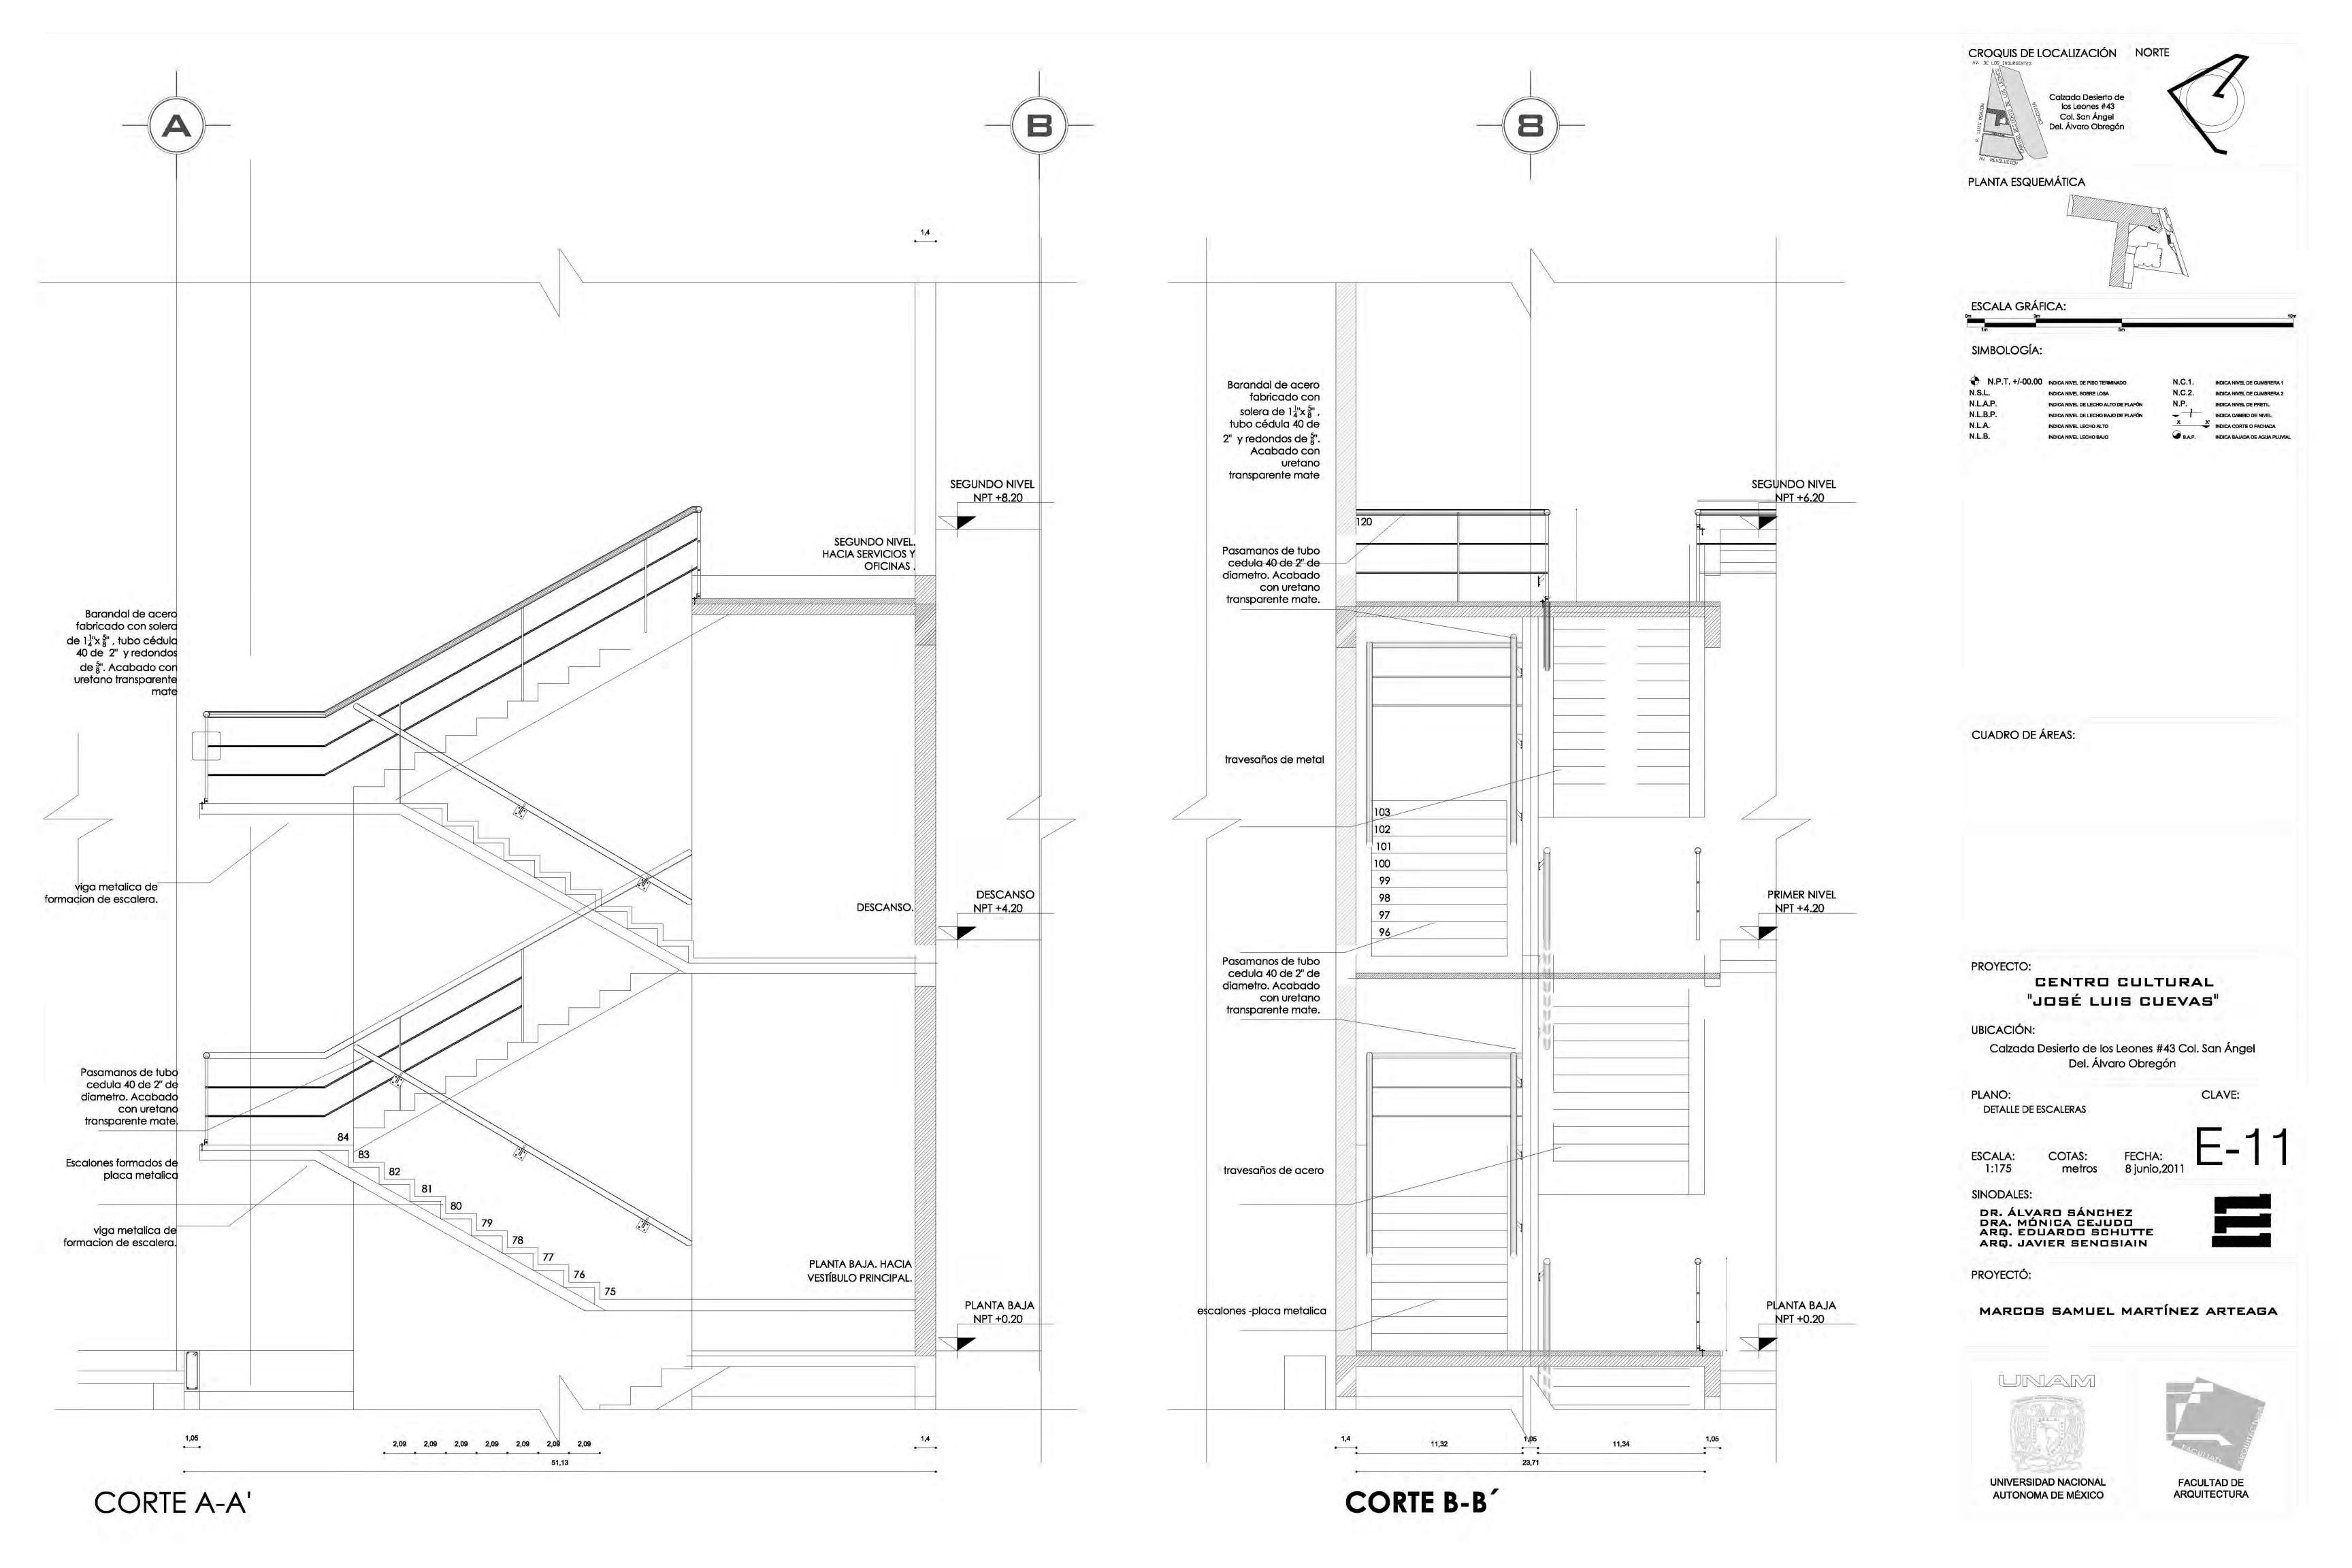

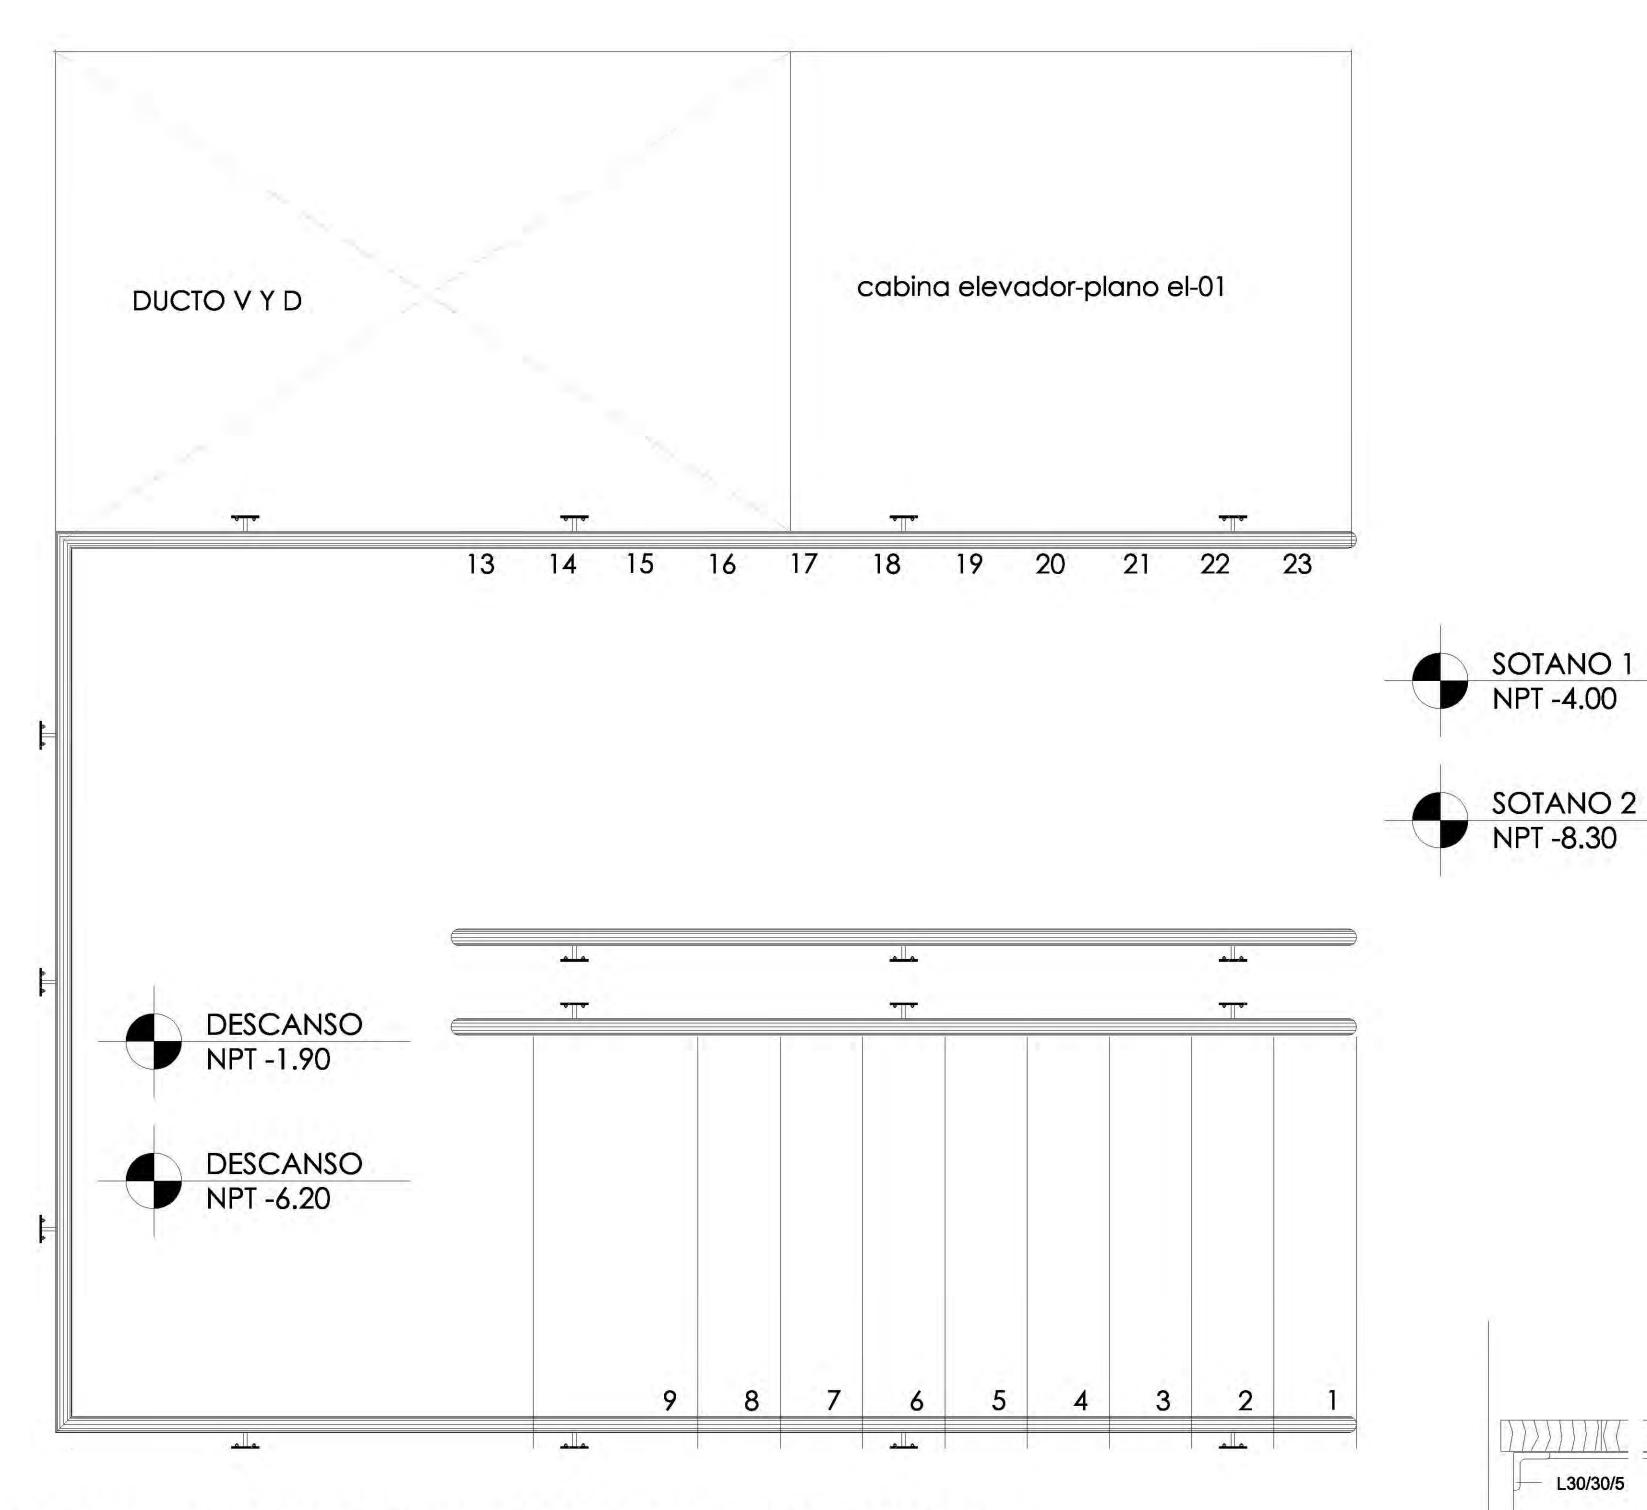

PLANTA ARQUITECTONICA SOTANO 1


detalle escalones

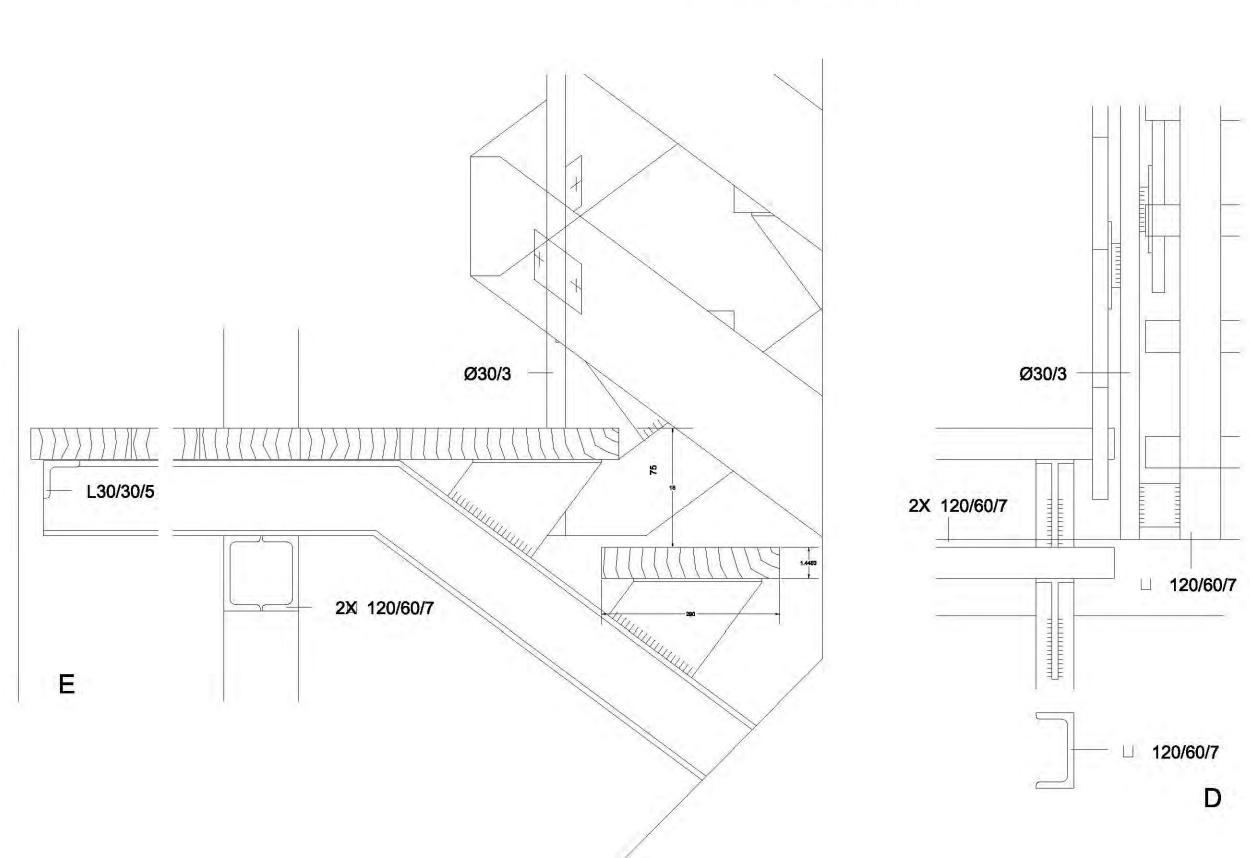



Calzada Desierto de los Leones #43 Col. San Ángel Del. Álvaro Obregón

PLANTA ESQUEMÁTICA

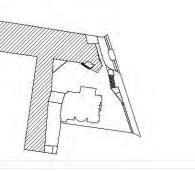

ESCALA GRÁFICA:

SIMBOLOGÍA:

INDICA NIVEL LECHO ALTO

INDICA NIVEL LECHO BAJO

CUADRO DE ÁREAS:

CENTRO CULTURAL "JOSÉ LUIS CUEVAS"

Calzada Desierto de los Leones #43 Col. San Ángel Del. Álvaro Obregón

PLANO:

PLANTA DE ESCALERAS

ESCALA: 1:175


SINODALES: DR. ÁLVARO SÁNCHEZ DRA. MÓNICA CEJUDO ARQ. EDUARDO SCHUTTE ARQ. JAVIER SENOSIAIN


PROYECTÓ:







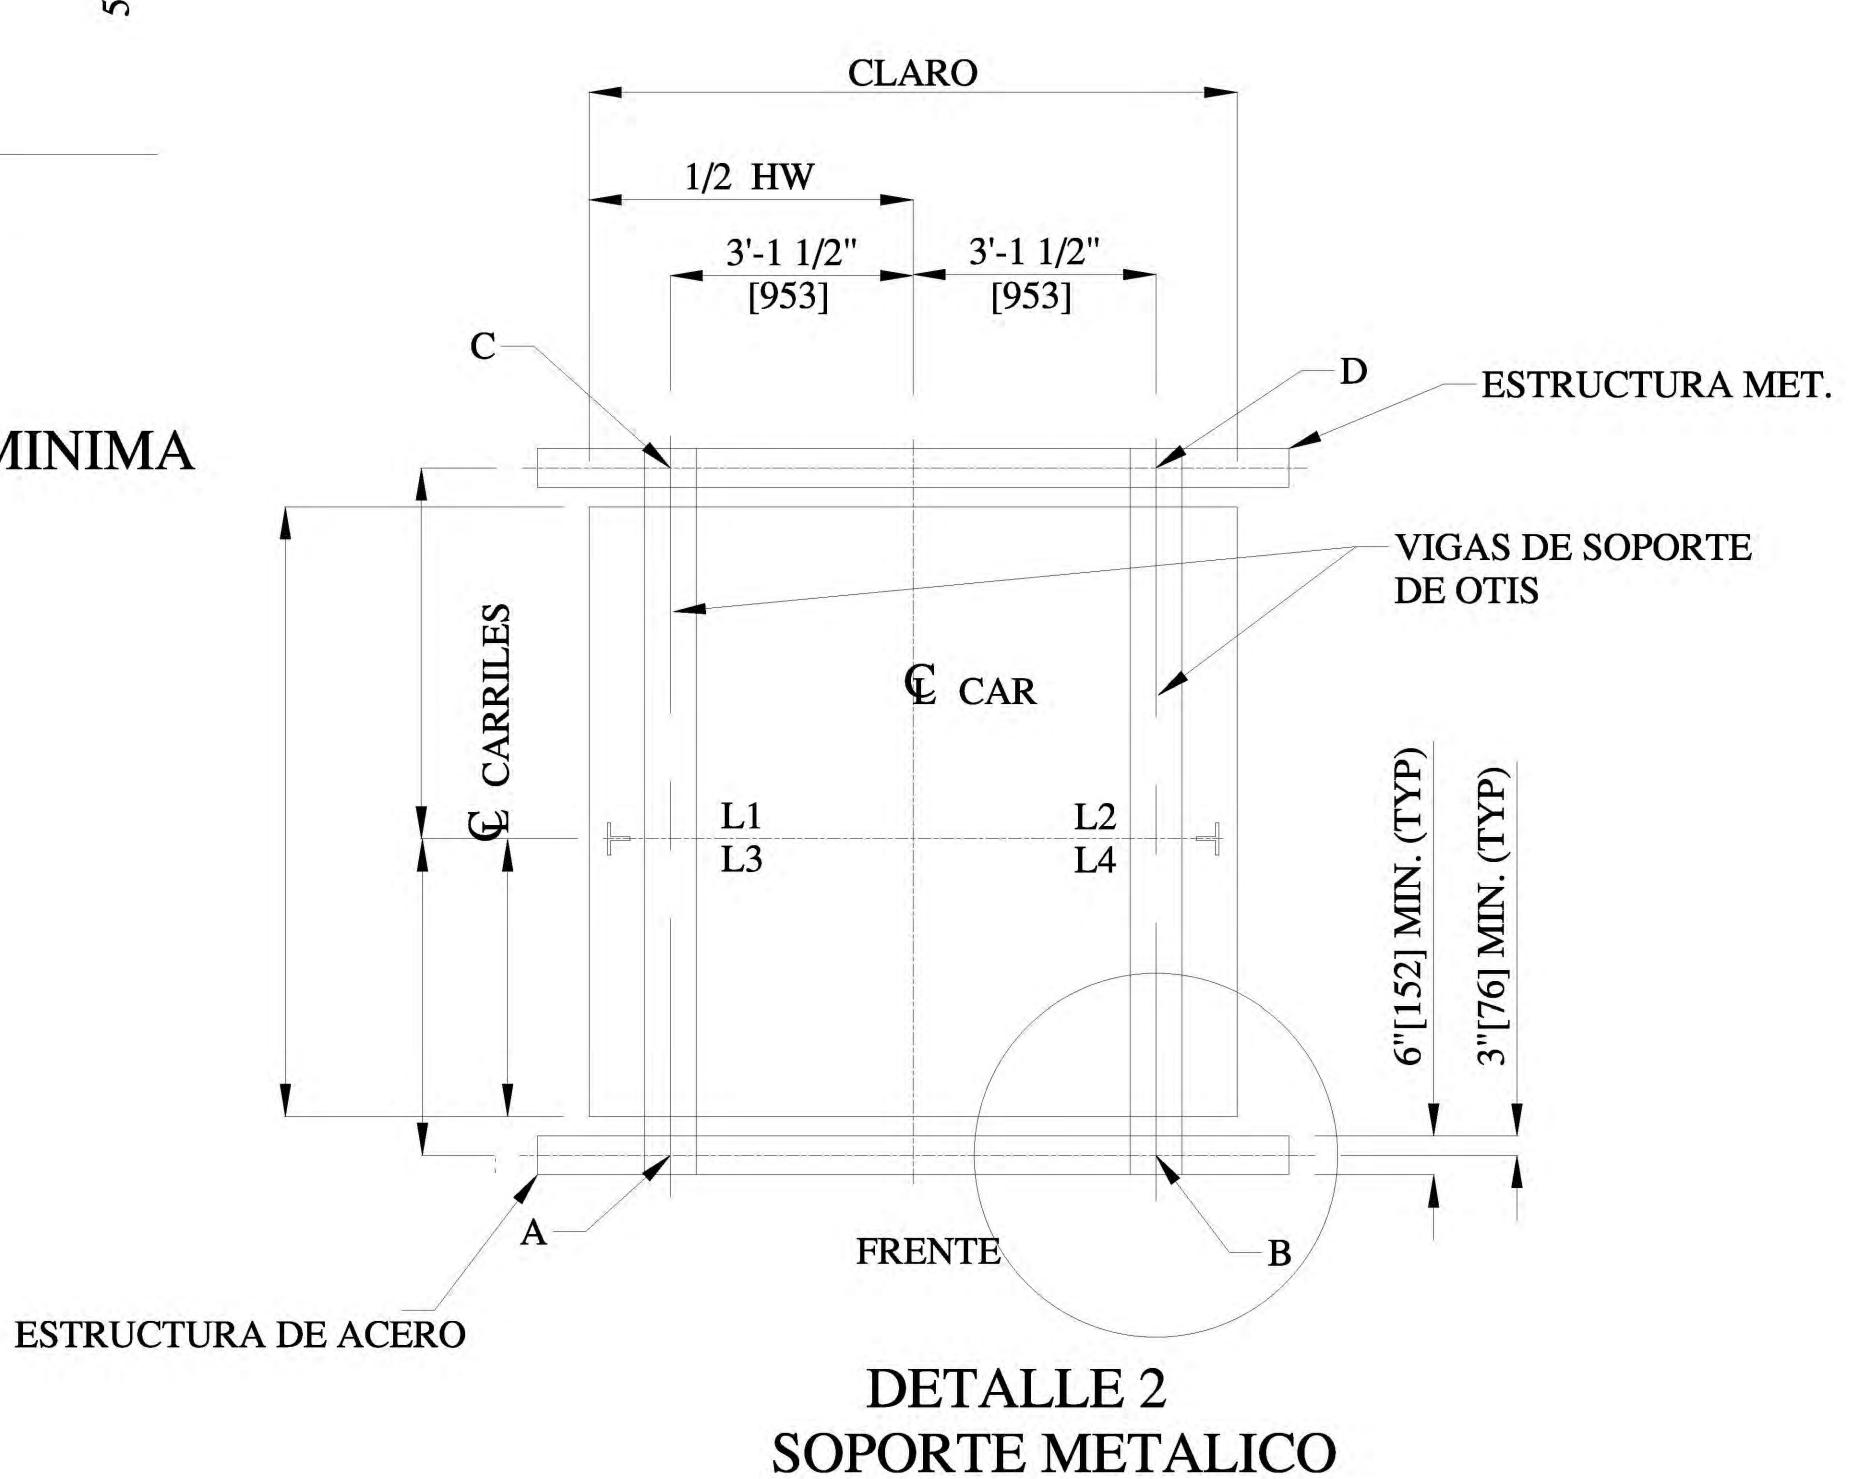

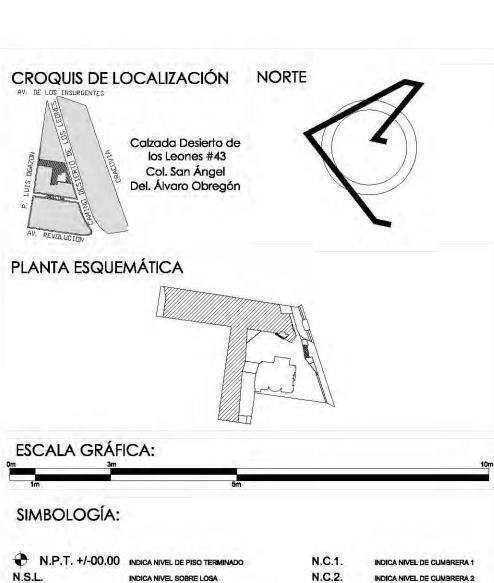

N.S.L. NICH WE SOBRE LOAD

N.L.A.P. NICH WE SOBRE LOAD

N.L.A.P. NICH WE SOBRE LOAD

N.L.A. NICH WE SOBRE LOAD

N.C. N.P. NICH WE SOBRE LOAD

N.C. N.C. N.C. N.P. NICH WE SOBRE LOAD

N.C. N.C. N.P. NICH WE SOBRE LOAD

N.C. N.C. NICH WE SOBRE LOAD

N.C. N.C. N.P. NICH WE SOBRE LOAD

N.C. N.C. N.P. NICH WE SOBRE LOAD

N.C. N.C. NICH WE SOBRE LOAD

N.C. NICH WE SOBRE

Calzada Desierto de los Leones #43 Col. San Ángel Del. Álvaro Obregón

PLANO: DETALLE ELEVADOR

E_

ESCALA: COTAS: metros

,, 上- 14


SINODALES:

DR. ÁLVARO SÁNCHEZ DRA. MÓNICA CEJUDO ARQ. EDUARDO SCHUTTE ARQ. JAVIER SENOSIAIN

PROYECTÓ:





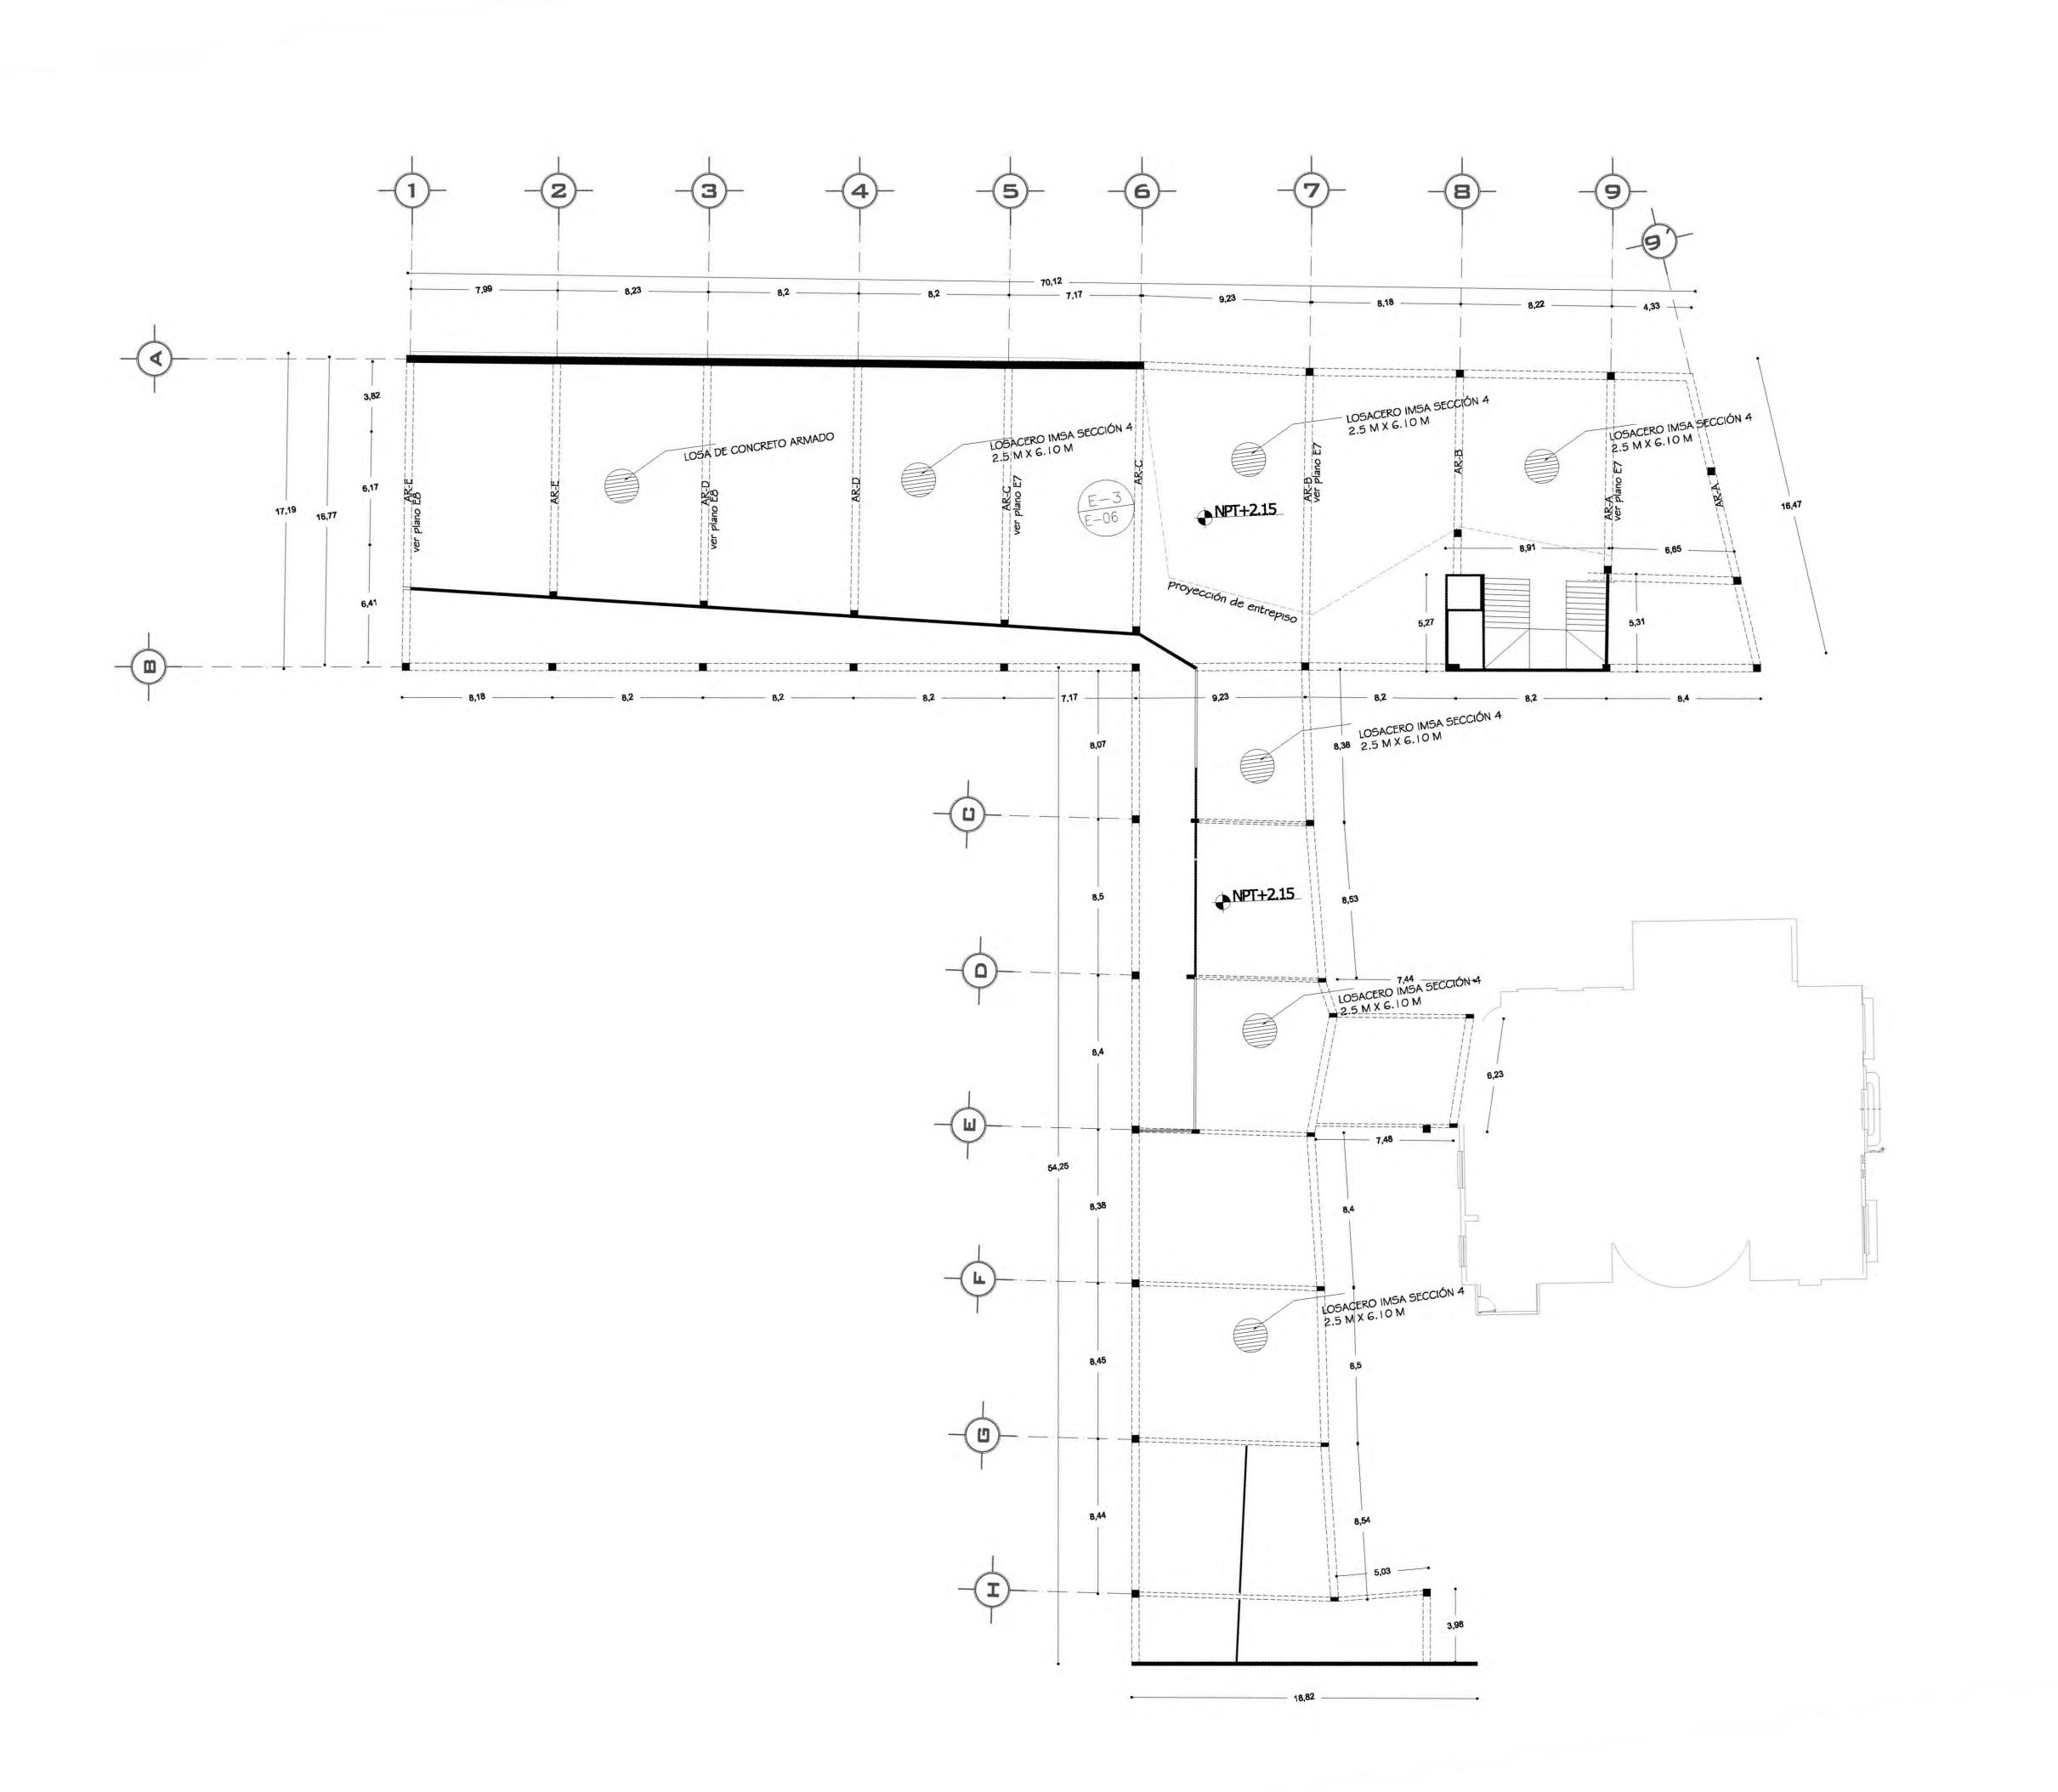

PLANTA ESQUEMÁTICA

N.P.T. +/-00.00 INDICA NIVEL DE PISO TERMINADO. INDICA NIVEL DE PRETIL INDICA CAMBIO DE NIVEL INDICA NIVEL DE LECHO ALTO DE PLAFÓN INDICA NIVEL DE LECHO BAJO DE PLAFÓN INDICA BAJADA DE AGUA PLUVIAL INDICA NIVEL LECHO ALTO INDICA NIVEL LECHO BAJO

CUADRO DE ÁREAS:

PROYECTO: CENTRO CULTURAL "JOSÉ LUIS CUEVAS"

Calzada Desierto de los Leones #43 Col. San Ángel Del. Álvaro Obregón UBICACIÓN:

PLANO ESTRUCTURAL PLANTA BAJA

COTAS: metros ESCALA: 1:175

FECHA: 8 junio,2011

SINODALES:

DR. ÁLVARO SÁNCHEZ
DRA. MÓNICA CEJUDO
DRA. MÓNICA CEJUDO
ARQ. EDUARDO SCHUTTE
ARQ. JAVIER SENOSIAIN


PROYECTÓ:


MARCOS SAMUEL MARTÍNEZ ARTEAGA





FACULTAD DE ARQUITECTURA

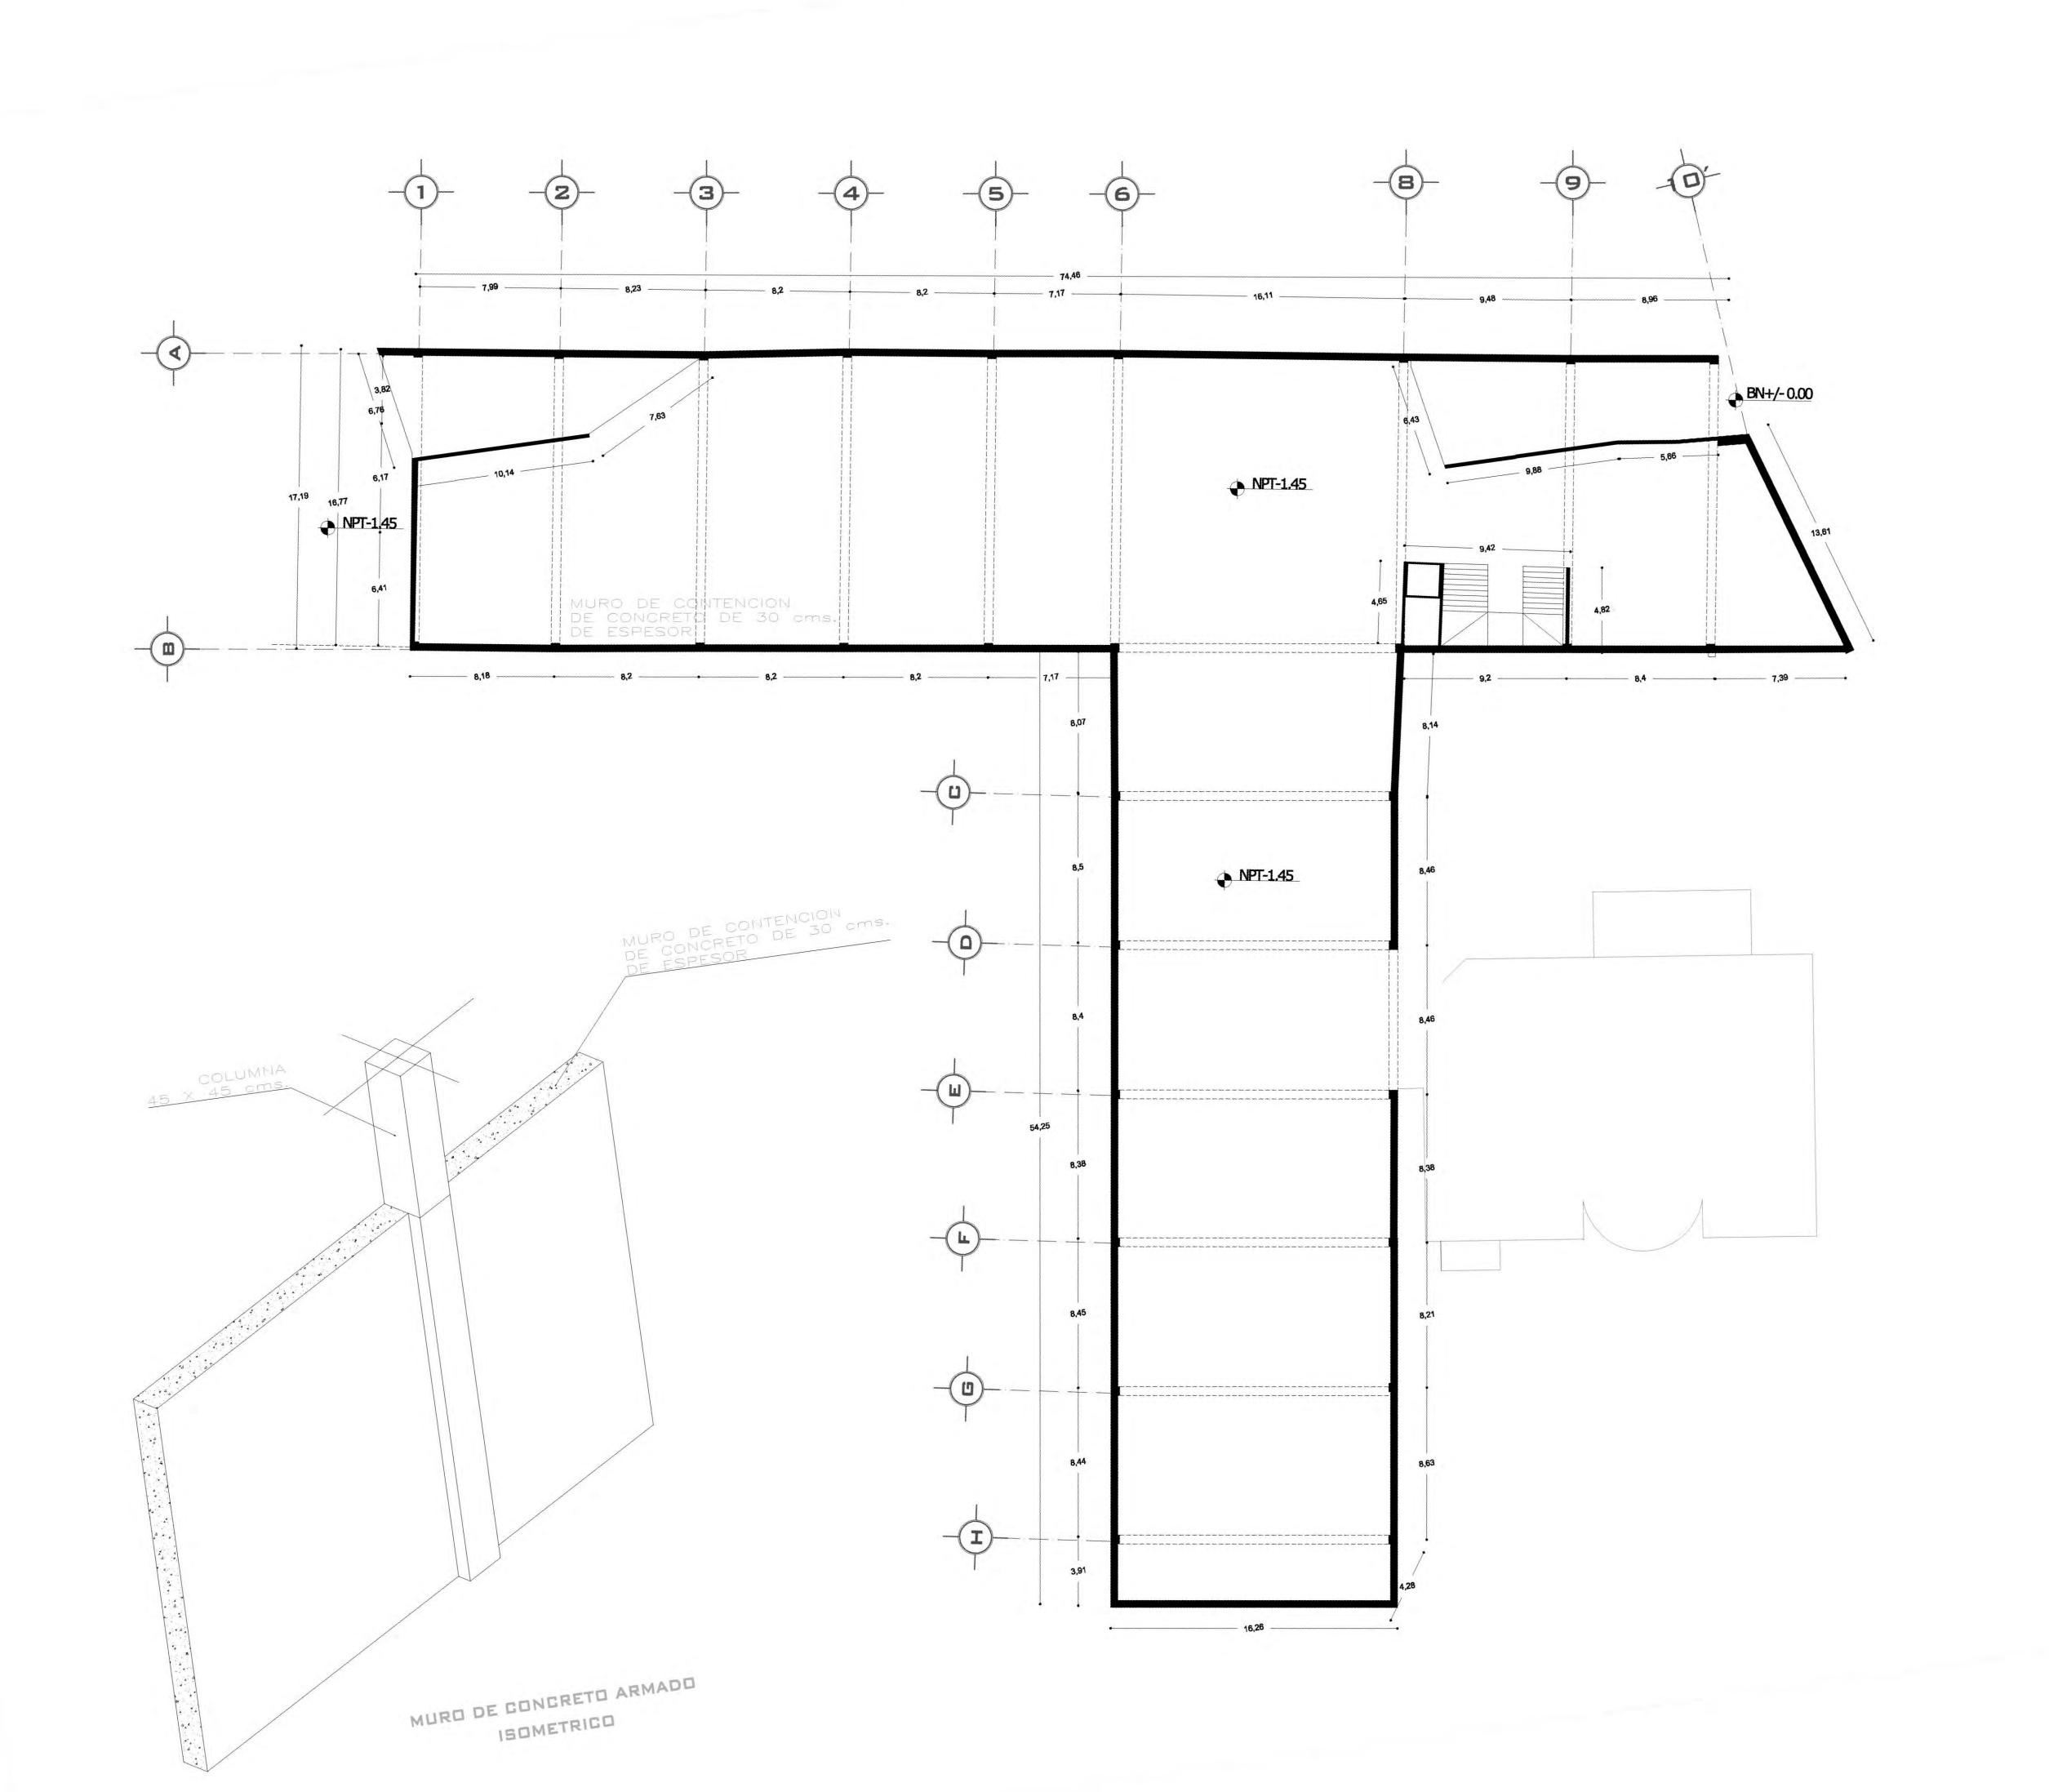

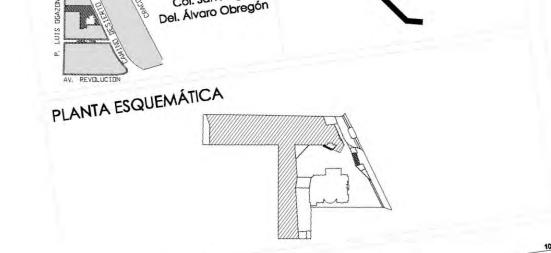

"JOSÉ LUIS CUEVAS" PROYECTO:

Calzada Desierto de los Leones #43 Col. San Ángel Del. Álvaro Obregón UBICACIÓN:

PLANO:
PLANO ESTRUCTURAL SOTANO

ESCALA: 1:175

COTAS:

FECHA: 8 junio,2011

DR. ÁLVARO SÁNCHEZ DRA. MÓNICA CEJUDO DRA. MÓNICA CEJUDO ARQ. EDUARDO SCHUTTE ARQ. JAVIER SENOSIAIN ARQ. JAVIER SENOSIAIN SINODALES:


PROYECTÓ:

MARCOS SAMUEL MARTÍNEZ ARTEAGA





FACULTAD DE ARQUITECTURA UNIVERSIDAD NACIONAL AUTONOMA DE MÉXICO

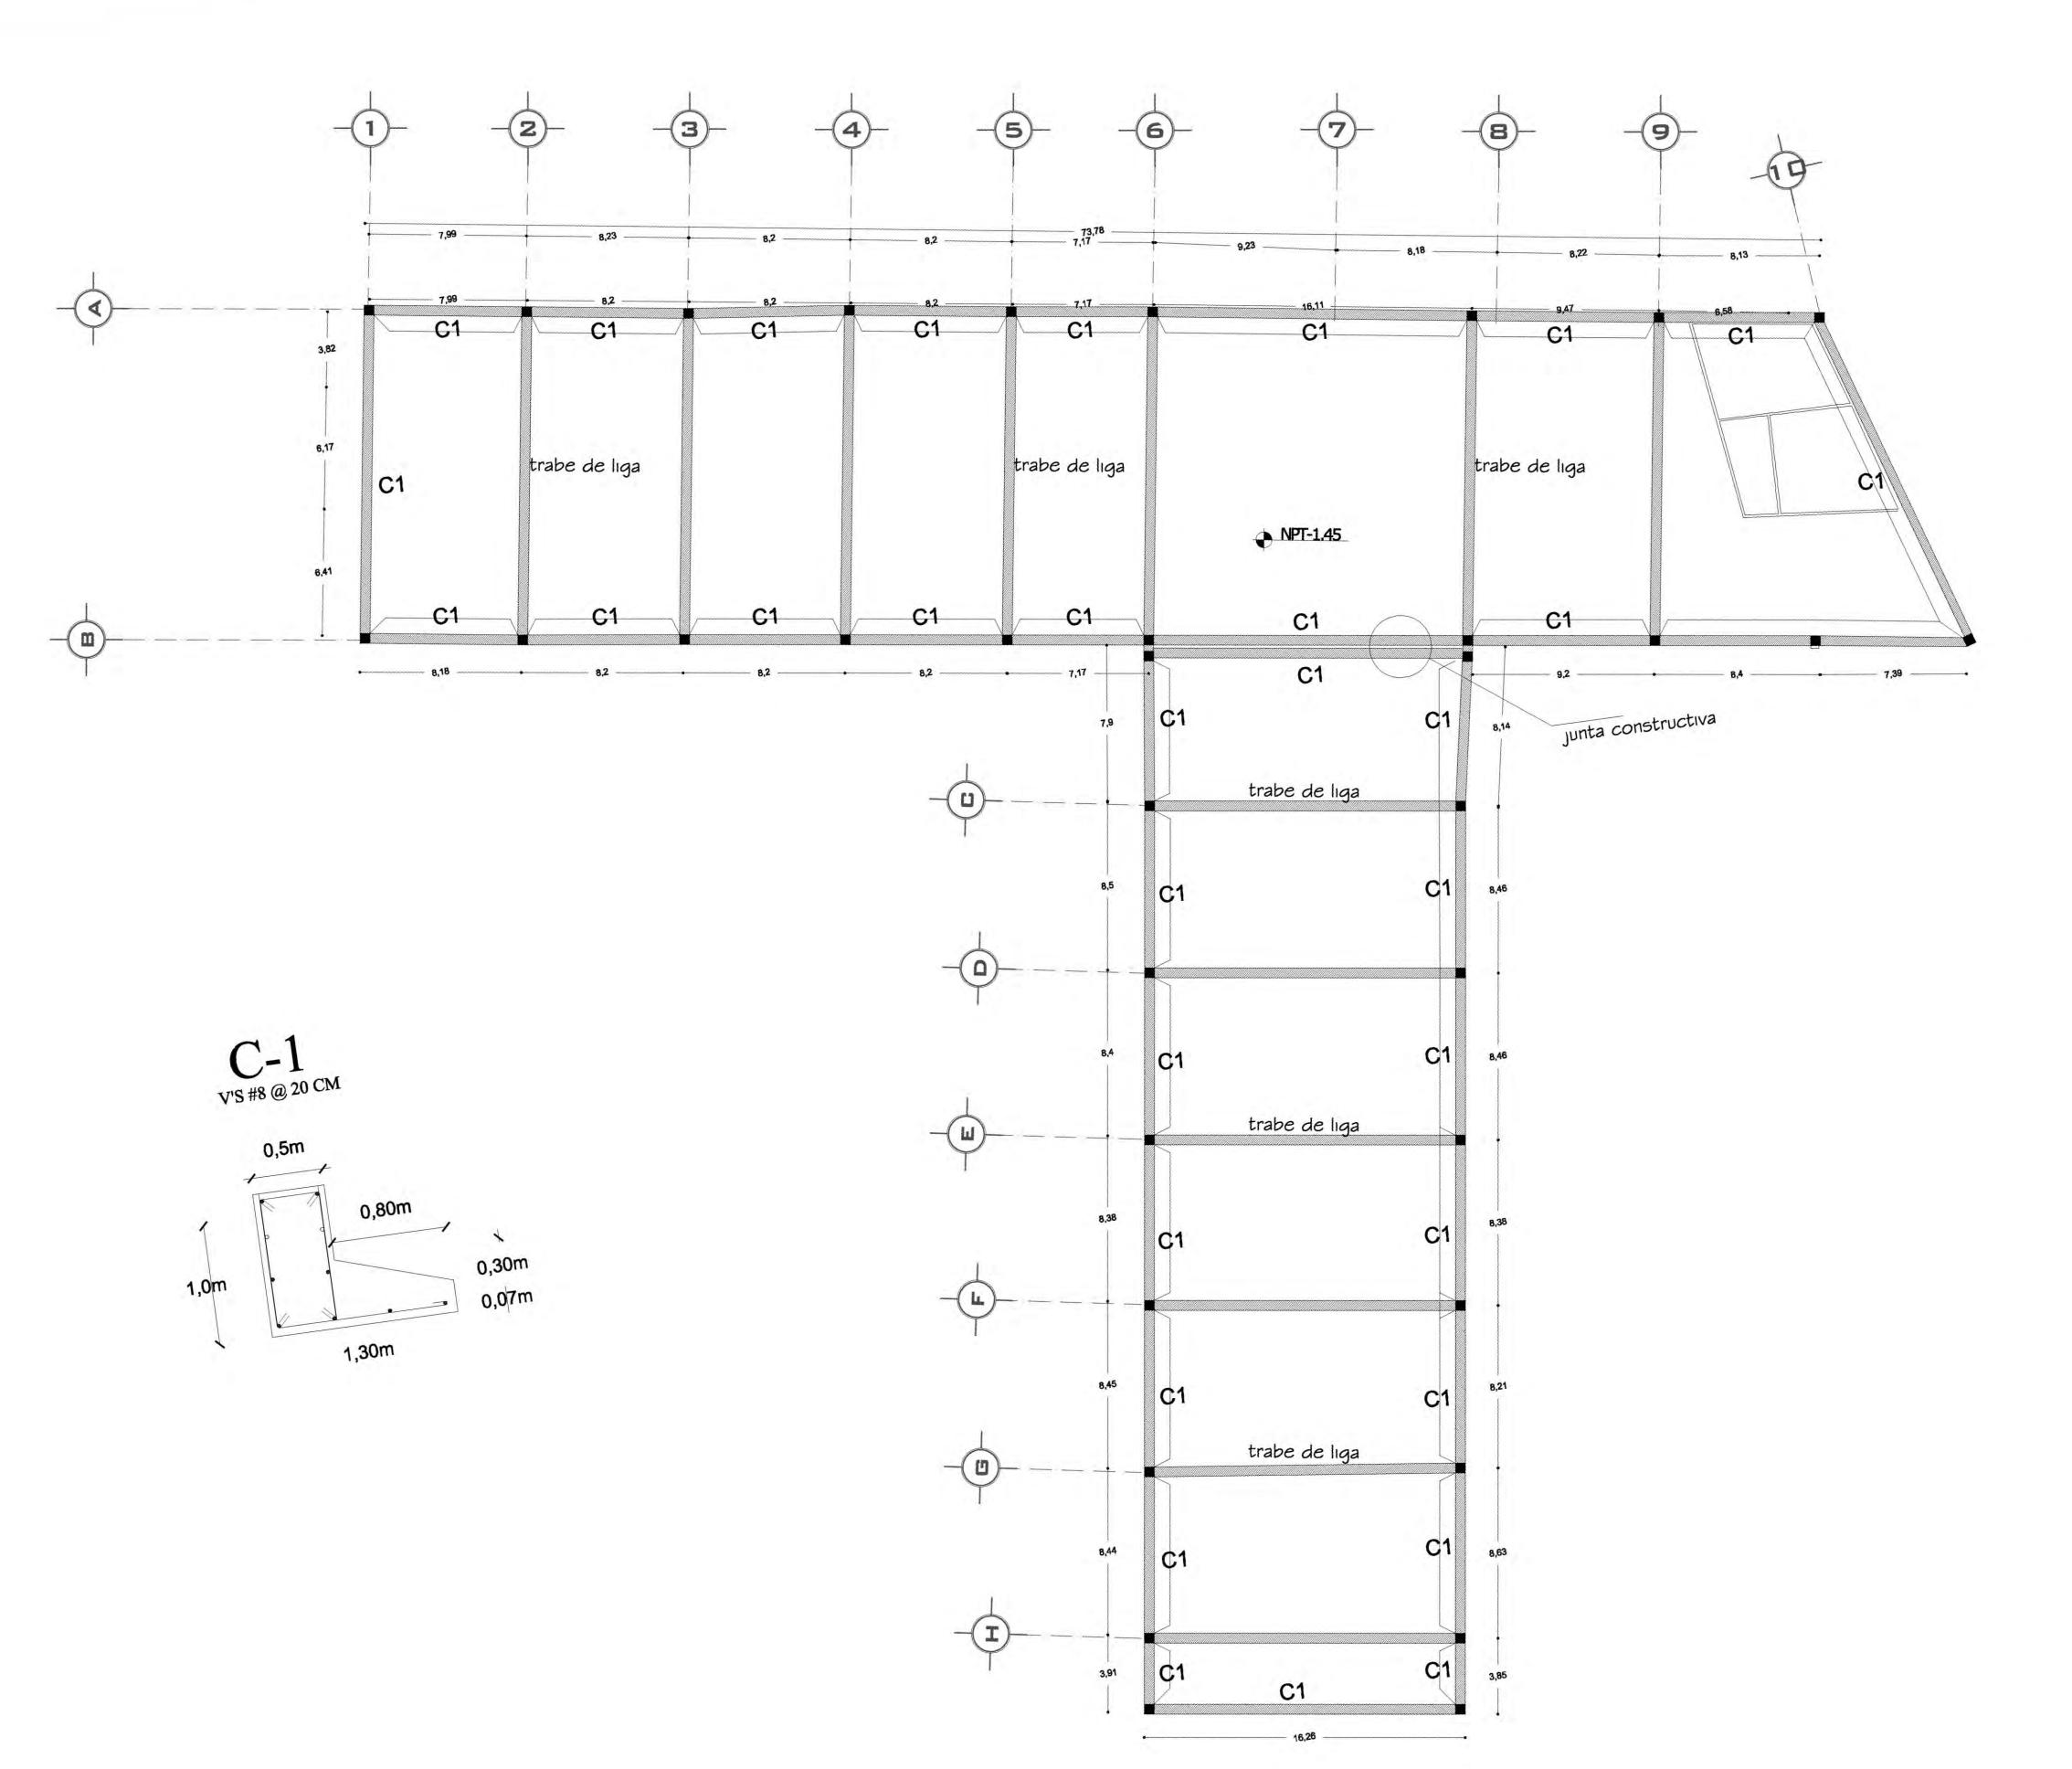



INDICA NIVEL DE LECHO BAJO DE PLAFÓN

CUADRO DE ÁREAS:

"JOSÉ LUIS GUEVAS" PROYECTO:

Calzada Desierto de los Leones #43 Col. San Ángel Del. Álvaro Obregón UBICACIÓN:

PLANO: PLANO DE CIMENTACION

COTAS: metros FECHA: 8 junio,2011


ESCALA: 1:175 DR. ÁLVARO SÁNGHEZ DRA. MÓNICA GEJUDO DRA. MÓNICA GEJUDO ARQ. EDUARDO SCHUTTE ARQ. JAVIER SENOSIAIN ARQ. JAVIER SENOSIAIN SINODALES:

MARCOS SAMUEL MARTÍNEZ ARTEAGA PROYECTÓ:







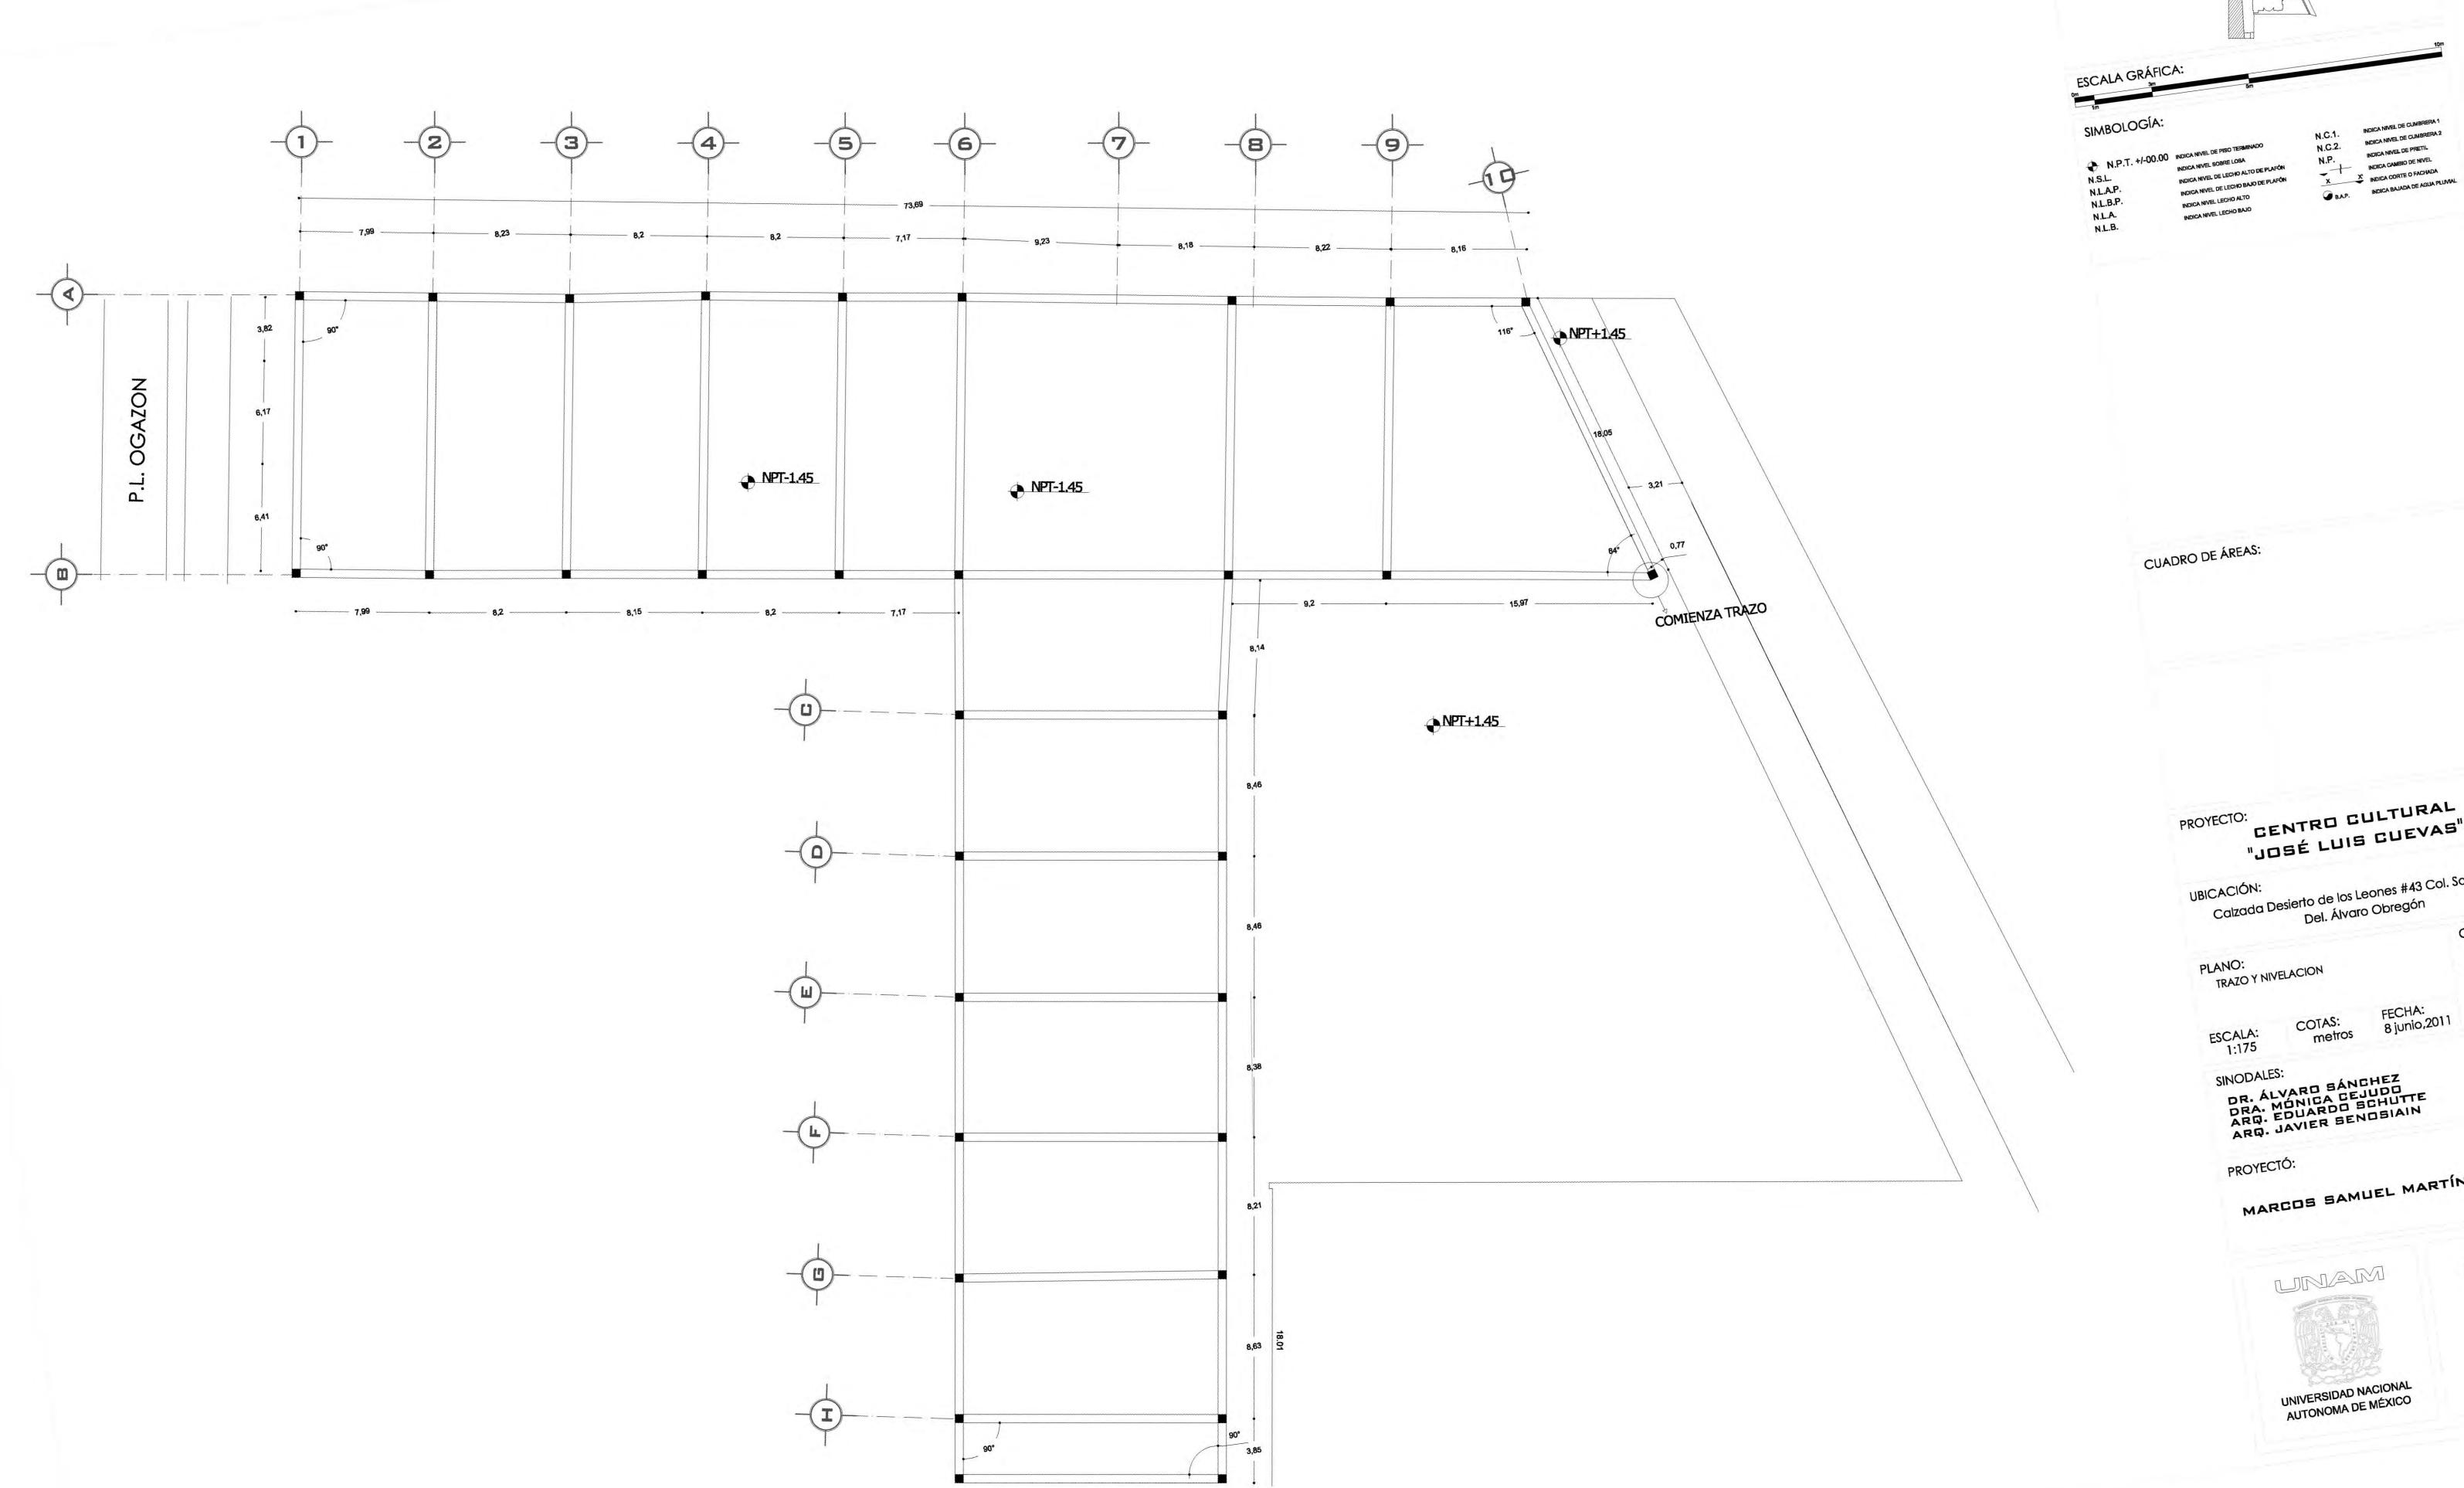



"JOSÉ LUIS CUEVAS"

Calzada Desierto de los Leones #43 Col. San Ángel Del. Álvaro Obregón


FECHA: 8 junio,2011


MARCOS SAMUEL MARTÍNEZ ARTEAGA





UNIVERSIDAD NACIONAL AUTONOMA DE MÉXICO

FACULTAD DE ARQUITECTURA

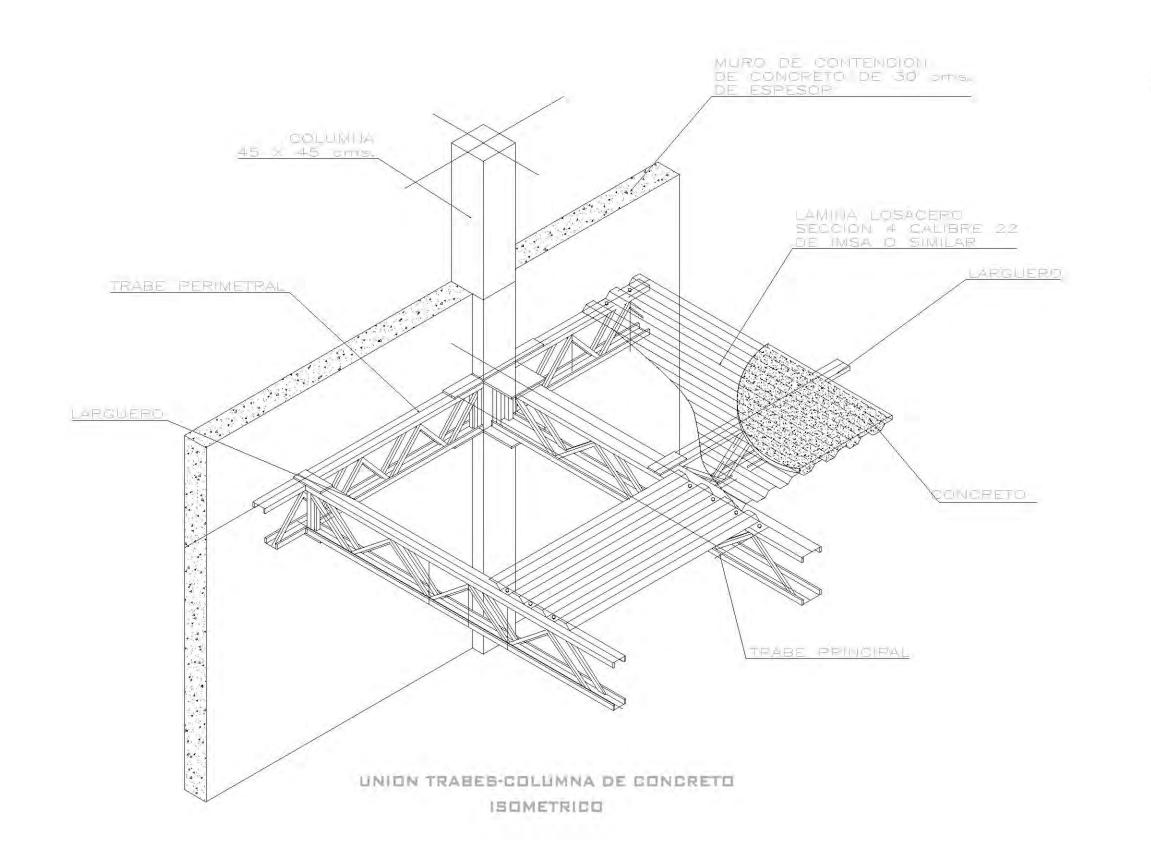

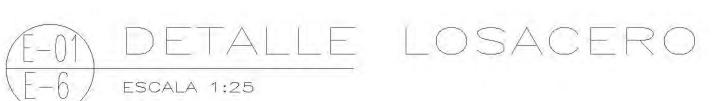

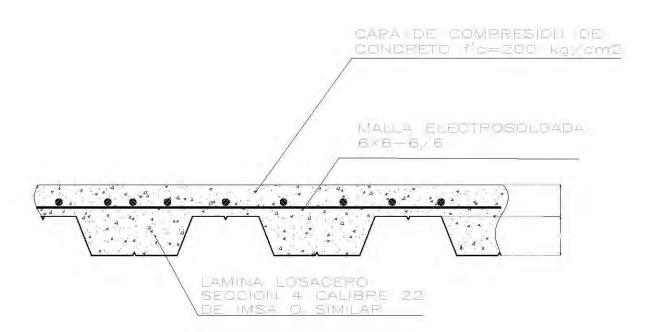


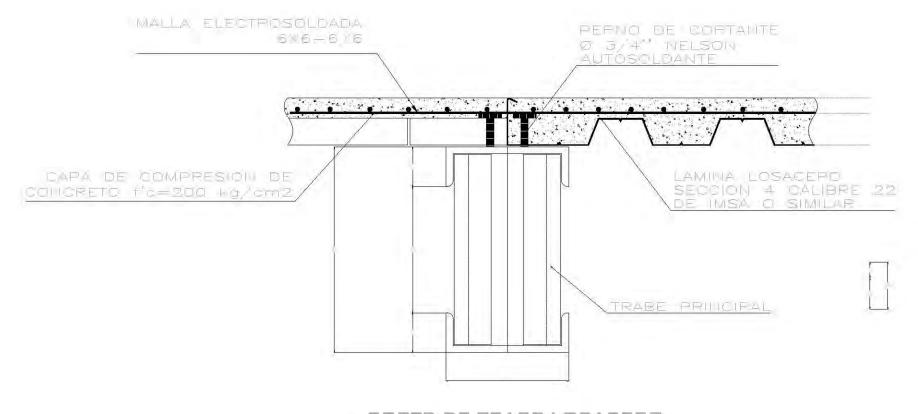



SECCION 4 CALIBRE 22 DE IMSA O SIMILAR.

CORTE EN VOLADO

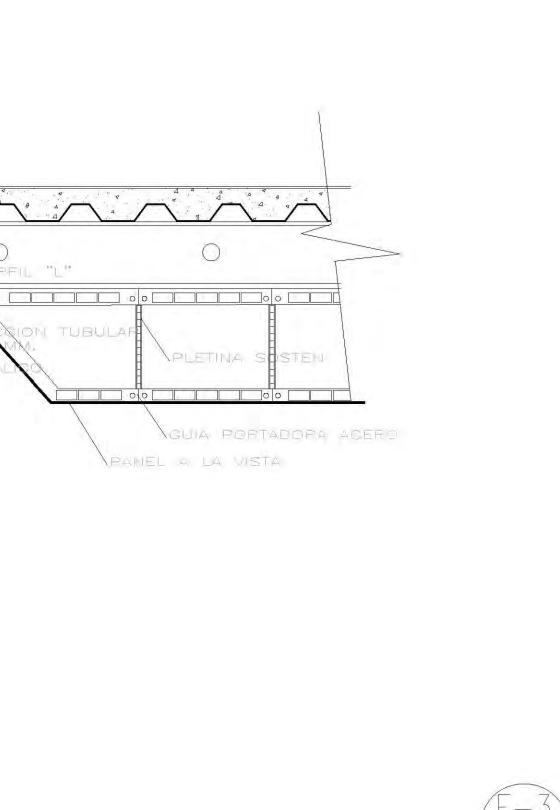





COLUMNA 45 × 45 cms



Calzada Desierto de los Leones #43 Col. San Ángel Del. Álvaro Obregón

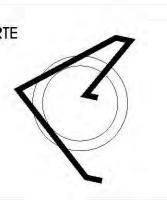

PLANTA ESQUEMÁTICA

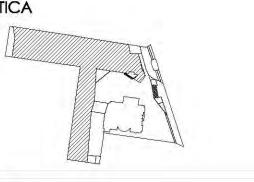

ESCALA GRÁFICA:

SIMBOLOGÍA:

N.L.A.P. INDICA NIVEL DE LECHO ALTO DE PLAFÓ N.L.B.P. INDICA NIVEL DE LECHO BAJO DE PLAFÓN N.L.A. INDICA NIVEL LECHO ALTO

INDICA NIVEL LECHO BAJO

X INDICA CORTE O FACHADA INDICA BAJADA DE AGUA PLUVIAL

CUADRO DE ÁREAS:

PROYECTO:

CENTRO CULTURAL "JOSÉ LUIS CUEVAS"

UBICACIÓN:

ÁREA DE ÁPOYO PARA PRECOLADO

TRABE PRINCIPAL

LAMINA LOSAGERO SECCION 4 CALIBRE DE IMSA O SIMILAR

Calzada Desierto de los Leones #43 Col. San Ángel Del. Álvaro Obregón

PLANO: DETALLES ESTRUCTURALES

CLAVE:

1:175 metros

ARQ. JAVIER SENOSIAIN

8 junio,2011

SINODALES:

DR. ÁLVARO SÁNCHEZ DRA. MÓNICA CEJUDO ARQ. EDUARDO SCHUTTE

PROYECTÓ:

MARCOS SAMUEL MARTÍNEZ ARTEAGA







PERFIL TUBULAR 50 MM.

CABLE ACERO 10 MM.

BALAUSTRA METALICA

CHAPA LISA UNION T T REMATE

LOSA CONGRETO E= 16 CM.

PERFIL ACERO H

PEVESTIMIENTO

CHAPA NERVADA COLABORANTE


DETALLE ENTREPISO LOSACERO

ANGULO ANCLAJE PERFIL "L"


PILAR METALICO

0 450 MM, E=


-REVESTIMIENTO META

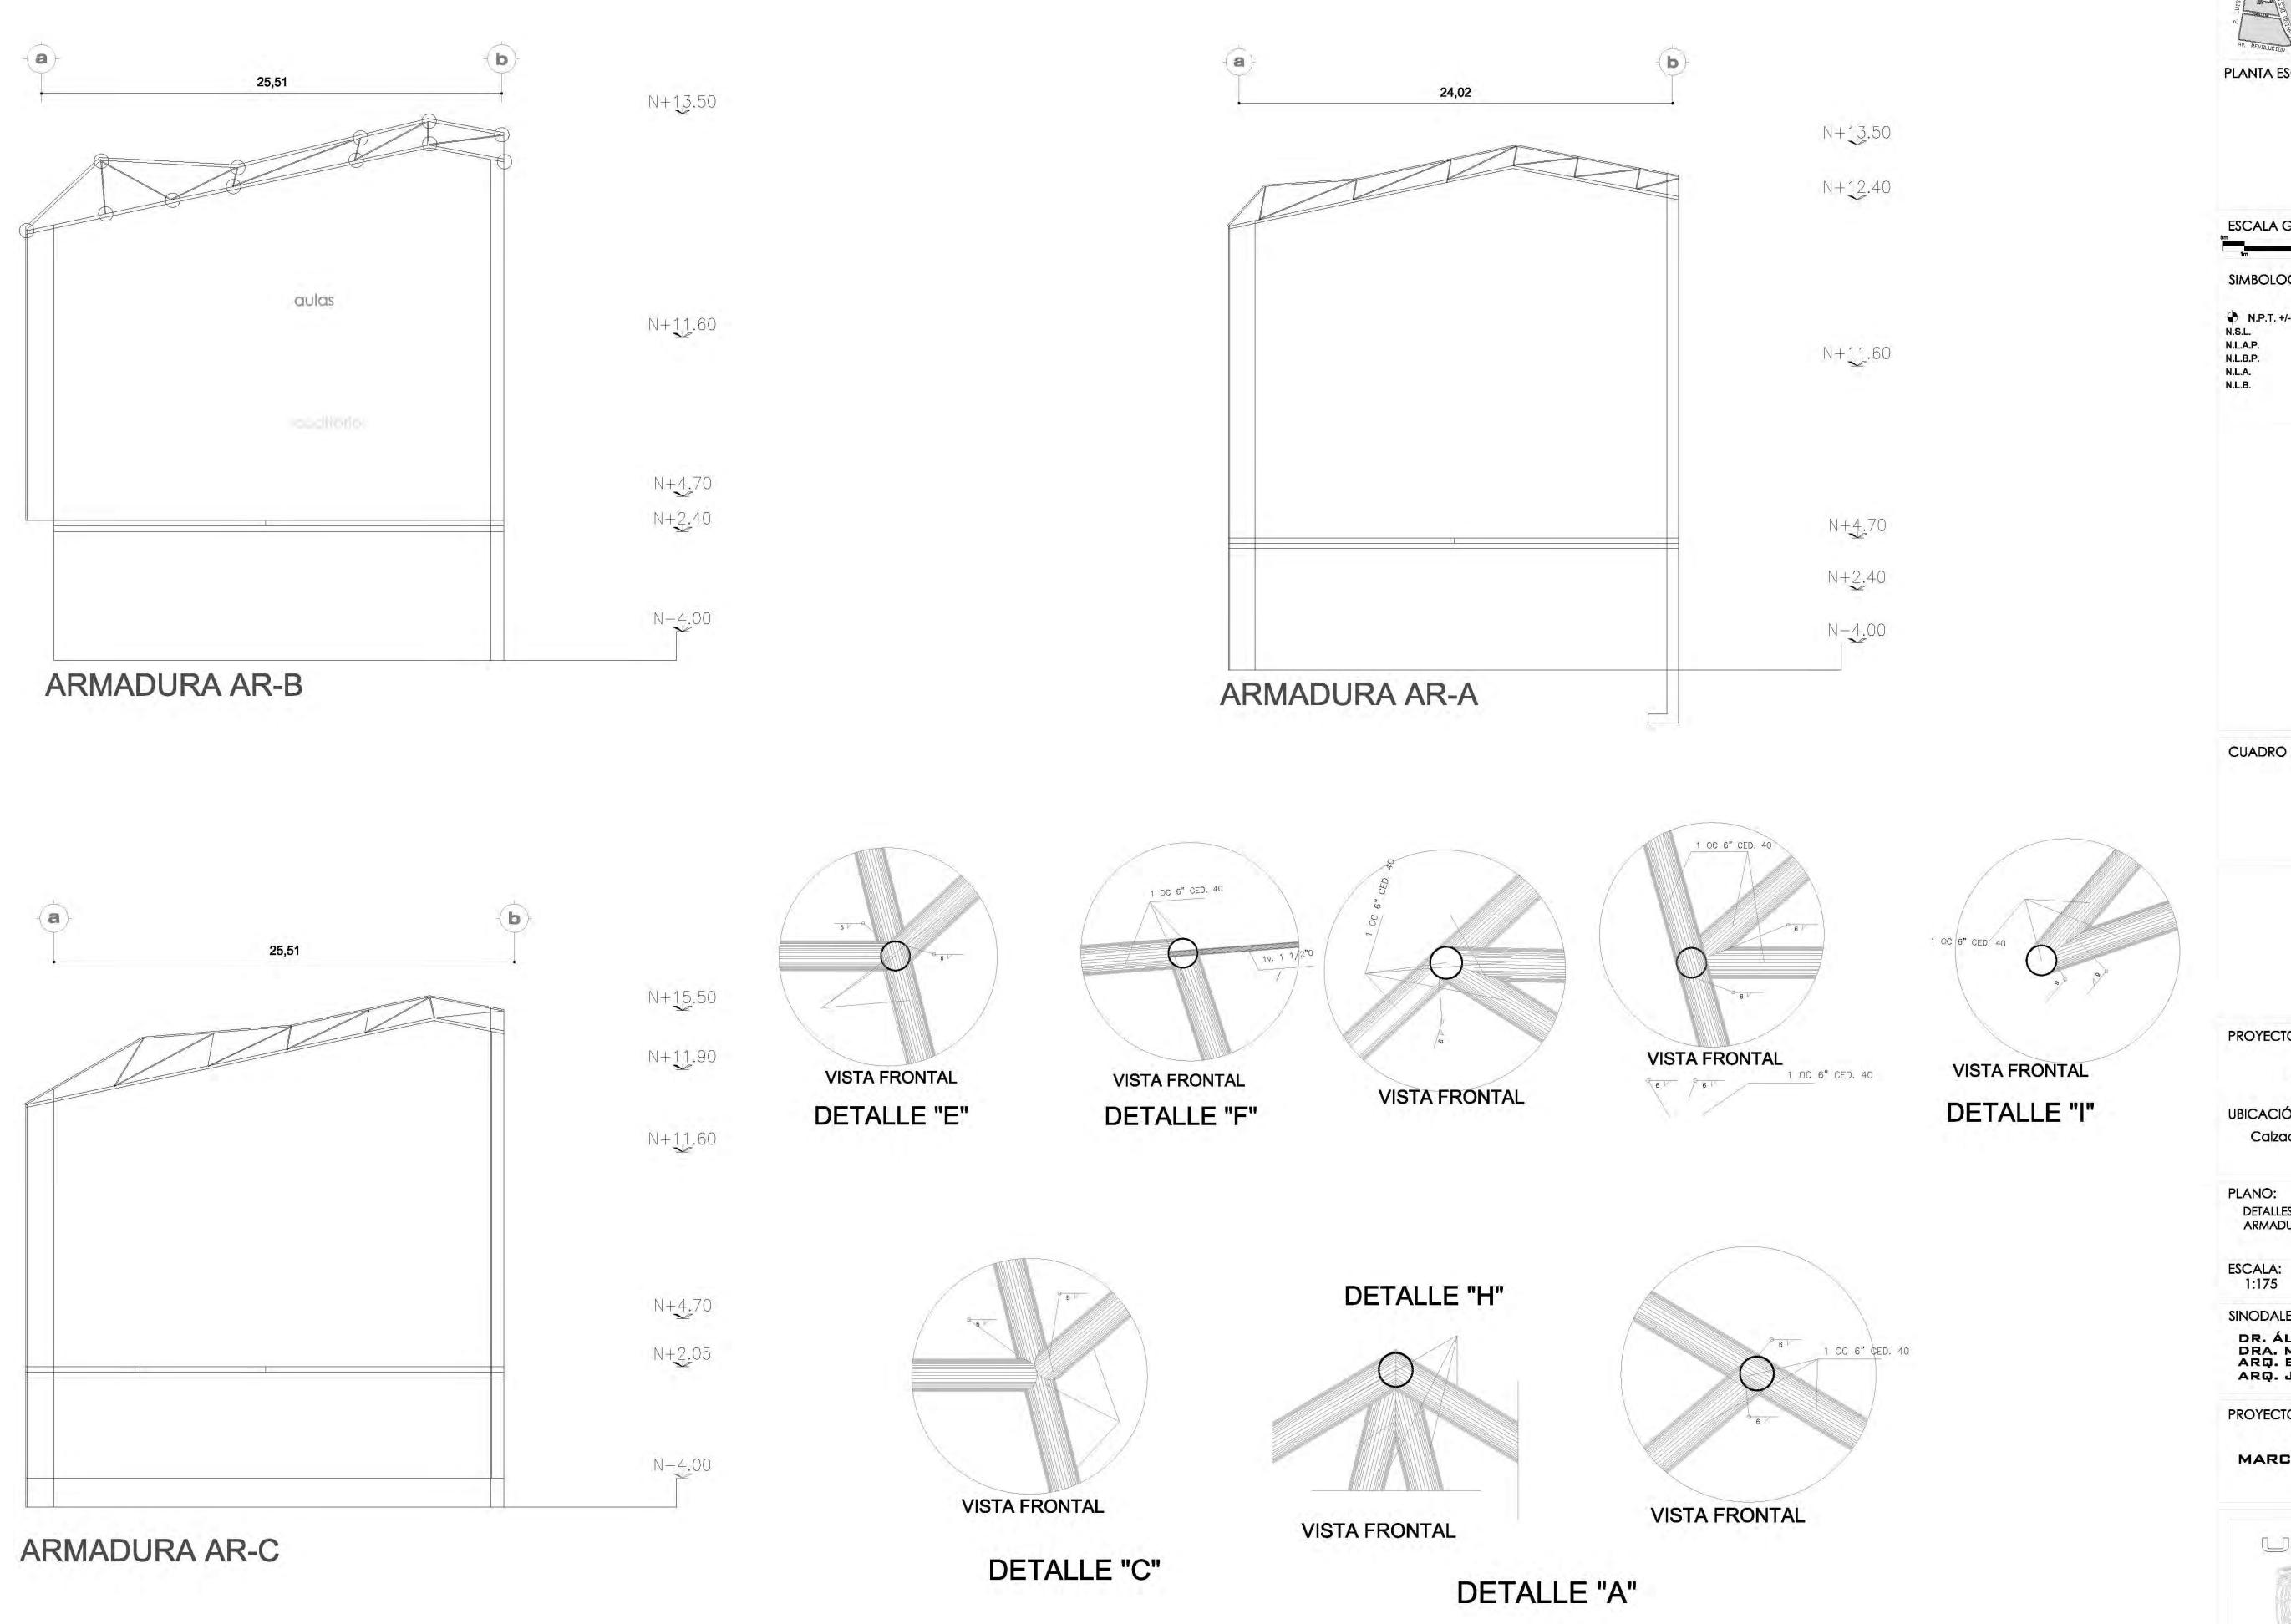



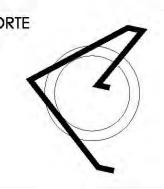

PLANTA ESQUEMÁTICA

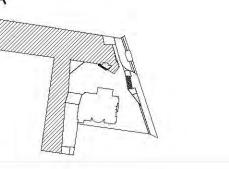

ESCALA GRÁFICA:

SIMBOLOGÍA:

INDICA NIVEL LECHO ALTO

INDICA NIVEL LECHO BAJO

CUADRO DE ÁREAS:

PROYECTO:

CENTRO CULTURAL "JOSÉ LUIS CUEVAS"

UBICACIÓN:

Calzada Desierto de los Leones #43 Col. San Ángel Del. Álvaro Obregón

FECHA: 8 junio,2011

PLANO:

DETALLES DE UNION Y CONTRUCCION DE ARMADURAS

CLAVE:

SINODALES:

DR. ÁLVARO SÁNCHEZ DRA. MÓNICA CEJUDO ARQ. EDUARDO SCHUTTE ARQ. JAVIER SENOSIAIN


metros


PROYECTÓ:


MARCOS SAMUEL MARTÍNEZ ARTEAGA






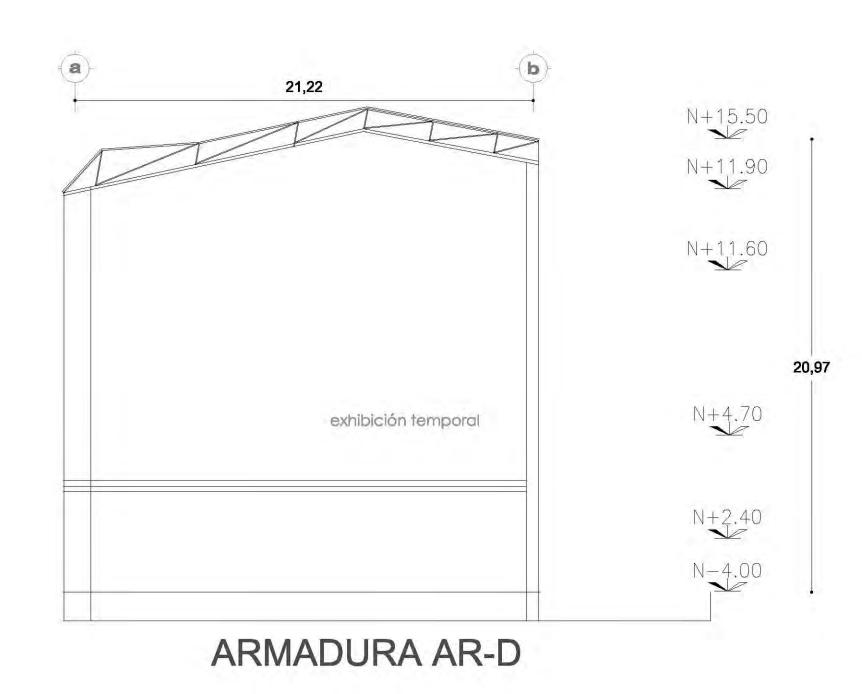


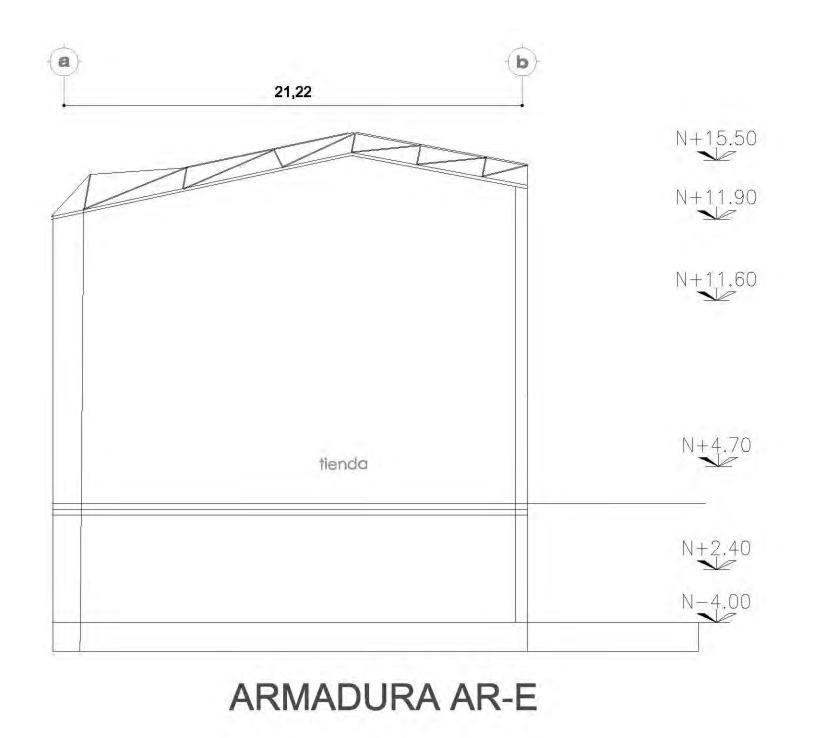

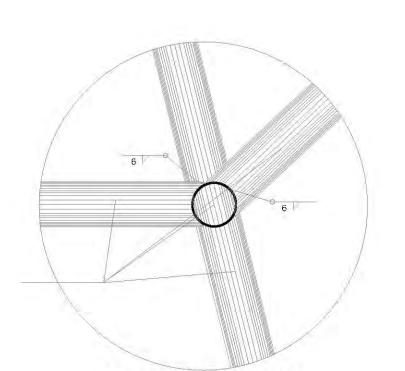

VISTA FRONTAL DETALLE "E"

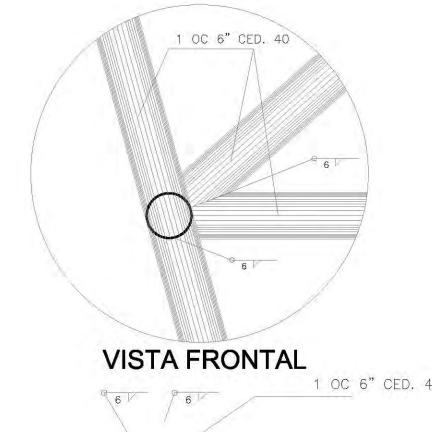

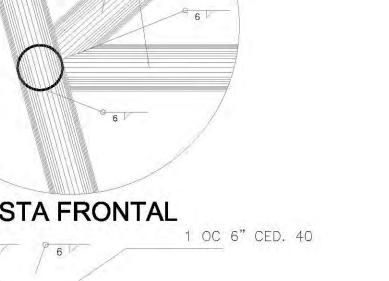


1v. 1 1/2"ø


1 OC 6" CED. 40

VISTA FRONTAL

DETALLE "F"



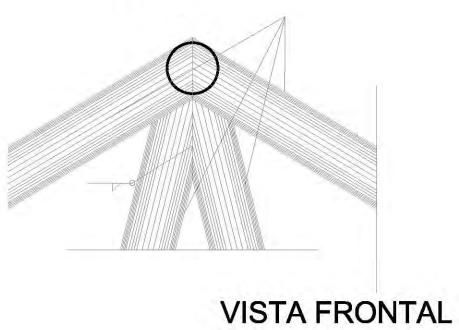

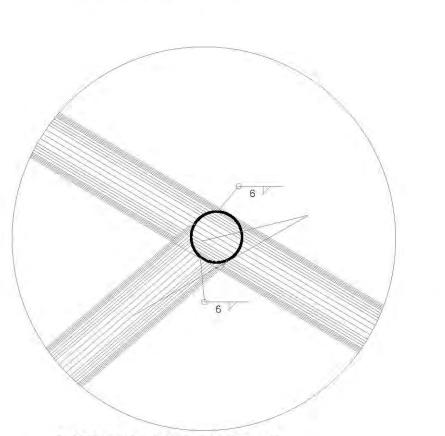


1 OC 6" CED. 40

VISTA FRONTAL

DETALLE "I"


VISTA FRONTAL

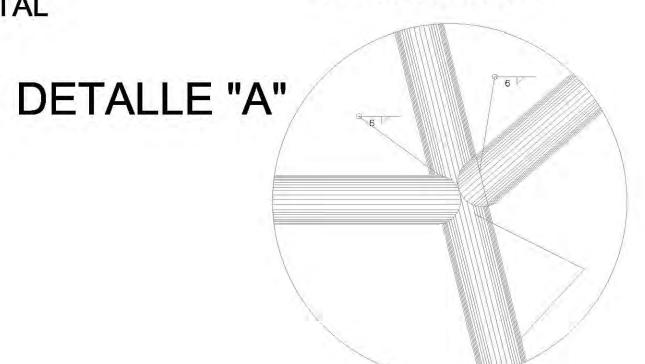


VISTA FRONTAL



Calzada Desierto de los Leones #43 Col. San Ángel Del. Álvaro Obregón

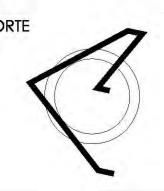

PLANTA ESQUEMÁTICA

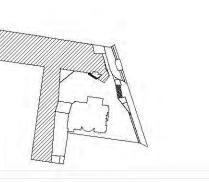

ESCALA GRÁFICA:

SIMBOLOGÍA:

CUADRO DE ÁREAS:

PROYECTO:

CENTRO CULTURAL "JOSÉ LUIS CUEVAS"

UBICACIÓN:

Calzada Desierto de los Leones #43 Col. San Ángel Del. Álvaro Obregón

PLANO: Plano estructural planta baja

CLAVE:

ESCALA: 1:175 COTAS: FECHA: 8 junio,2011 metros


SINODALES: DR. ÁLVARO SÁNCHEZ DRA. MÓNICA CEJUDO ARQ. EDUARDO SCHUTTE ARQ. JAVIER SENOSIAIN




PROYECTÓ:






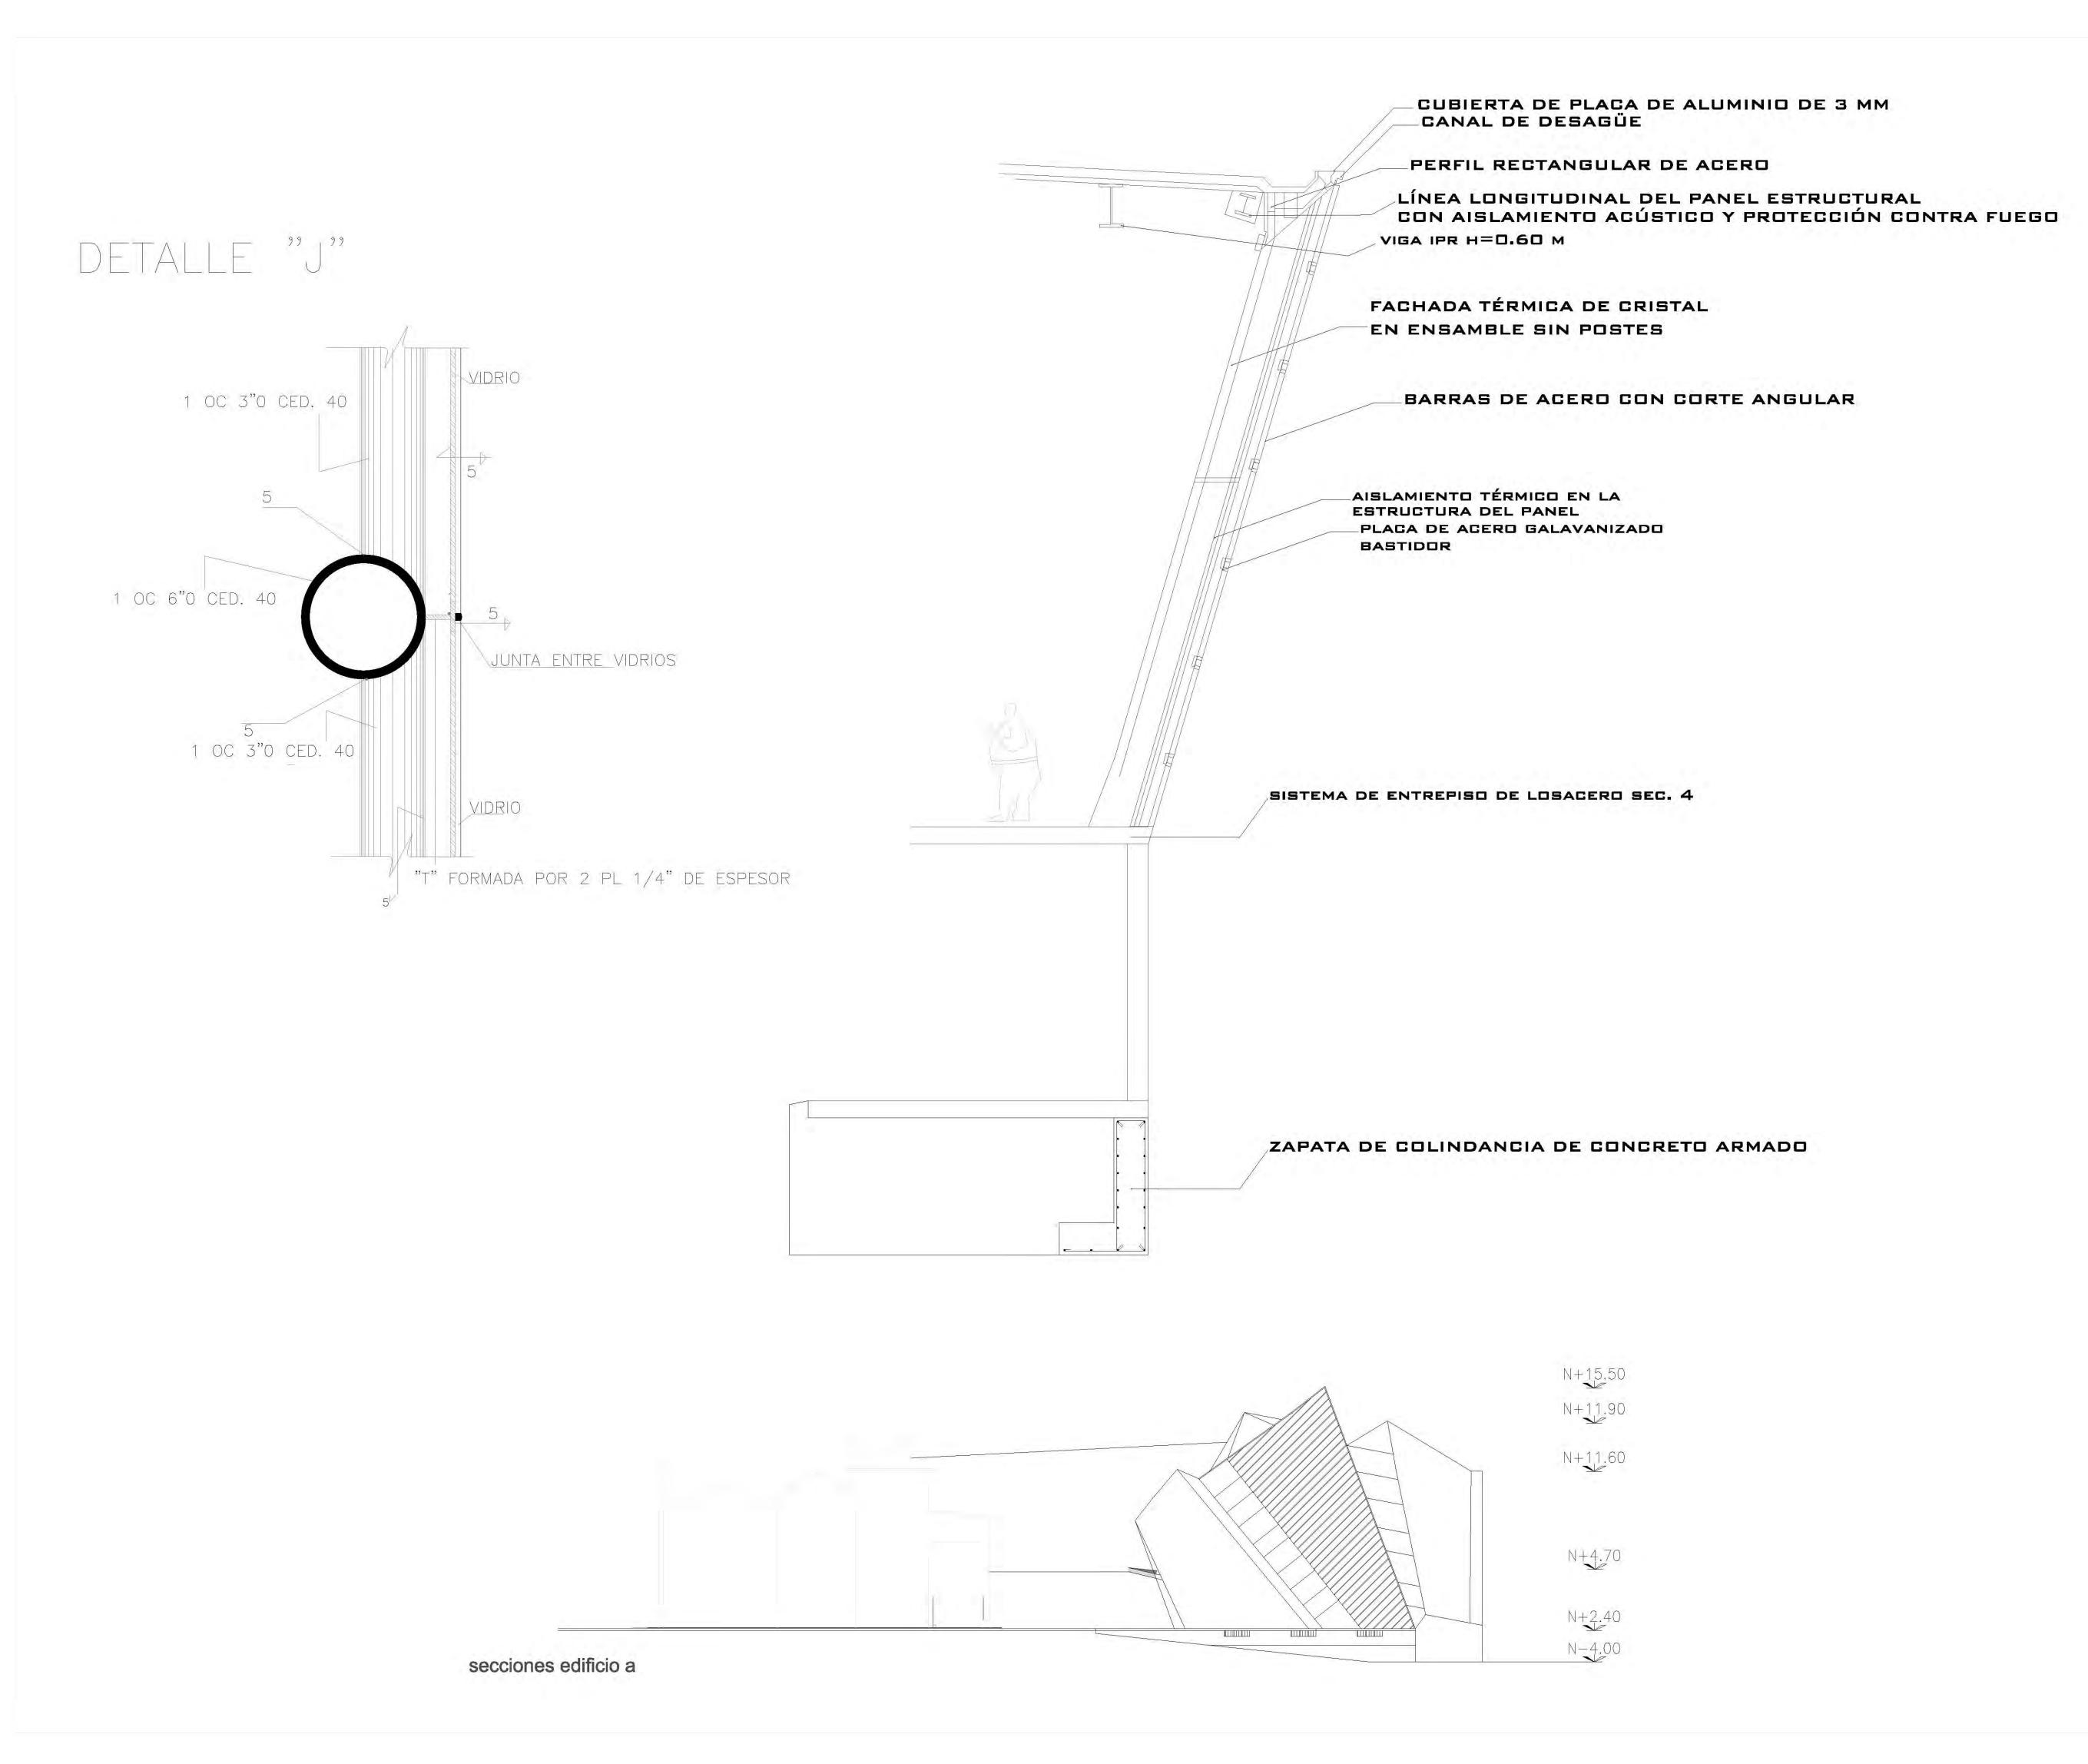



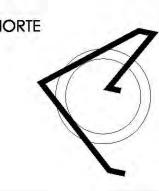

PLANTA ESQUEMÁTICA

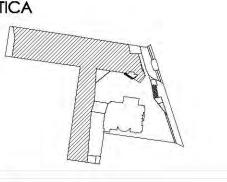

ESCALA GRÁFICA:

SIMBOLOGÍA:

INDICA NIVEL DE LECHO ALTO DE PLAFÓN INDICA NIVEL DE LECHO BAJO DE PLAFÓN INDICA NIVEL LECHO ALTO

INDICA NIVEL LECHO BAJO

CUADRO DE ÁREAS:

PROYECTO:

CENTRO CULTURAL "JOSÉ LUIS CUEVAS"

UBICACIÓN:

Calzada Desierto de los Leones #43 Col. San Ángel Del. Álvaro Obregón

PLANO: Plano estructural planta baja

CLAVE:

1:175

8 junio,2011

SINODALES:

DR. ÁLVARO SÁNGHEZ DRA. MÓNIGA CEJUDO ARQ. EDUARDO SCHUTTE ARQ. JAVIER SENOSIAIN


metros


PROYECTÓ:


MARCOS SAMUEL MARTÍNEZ ARTEAGA






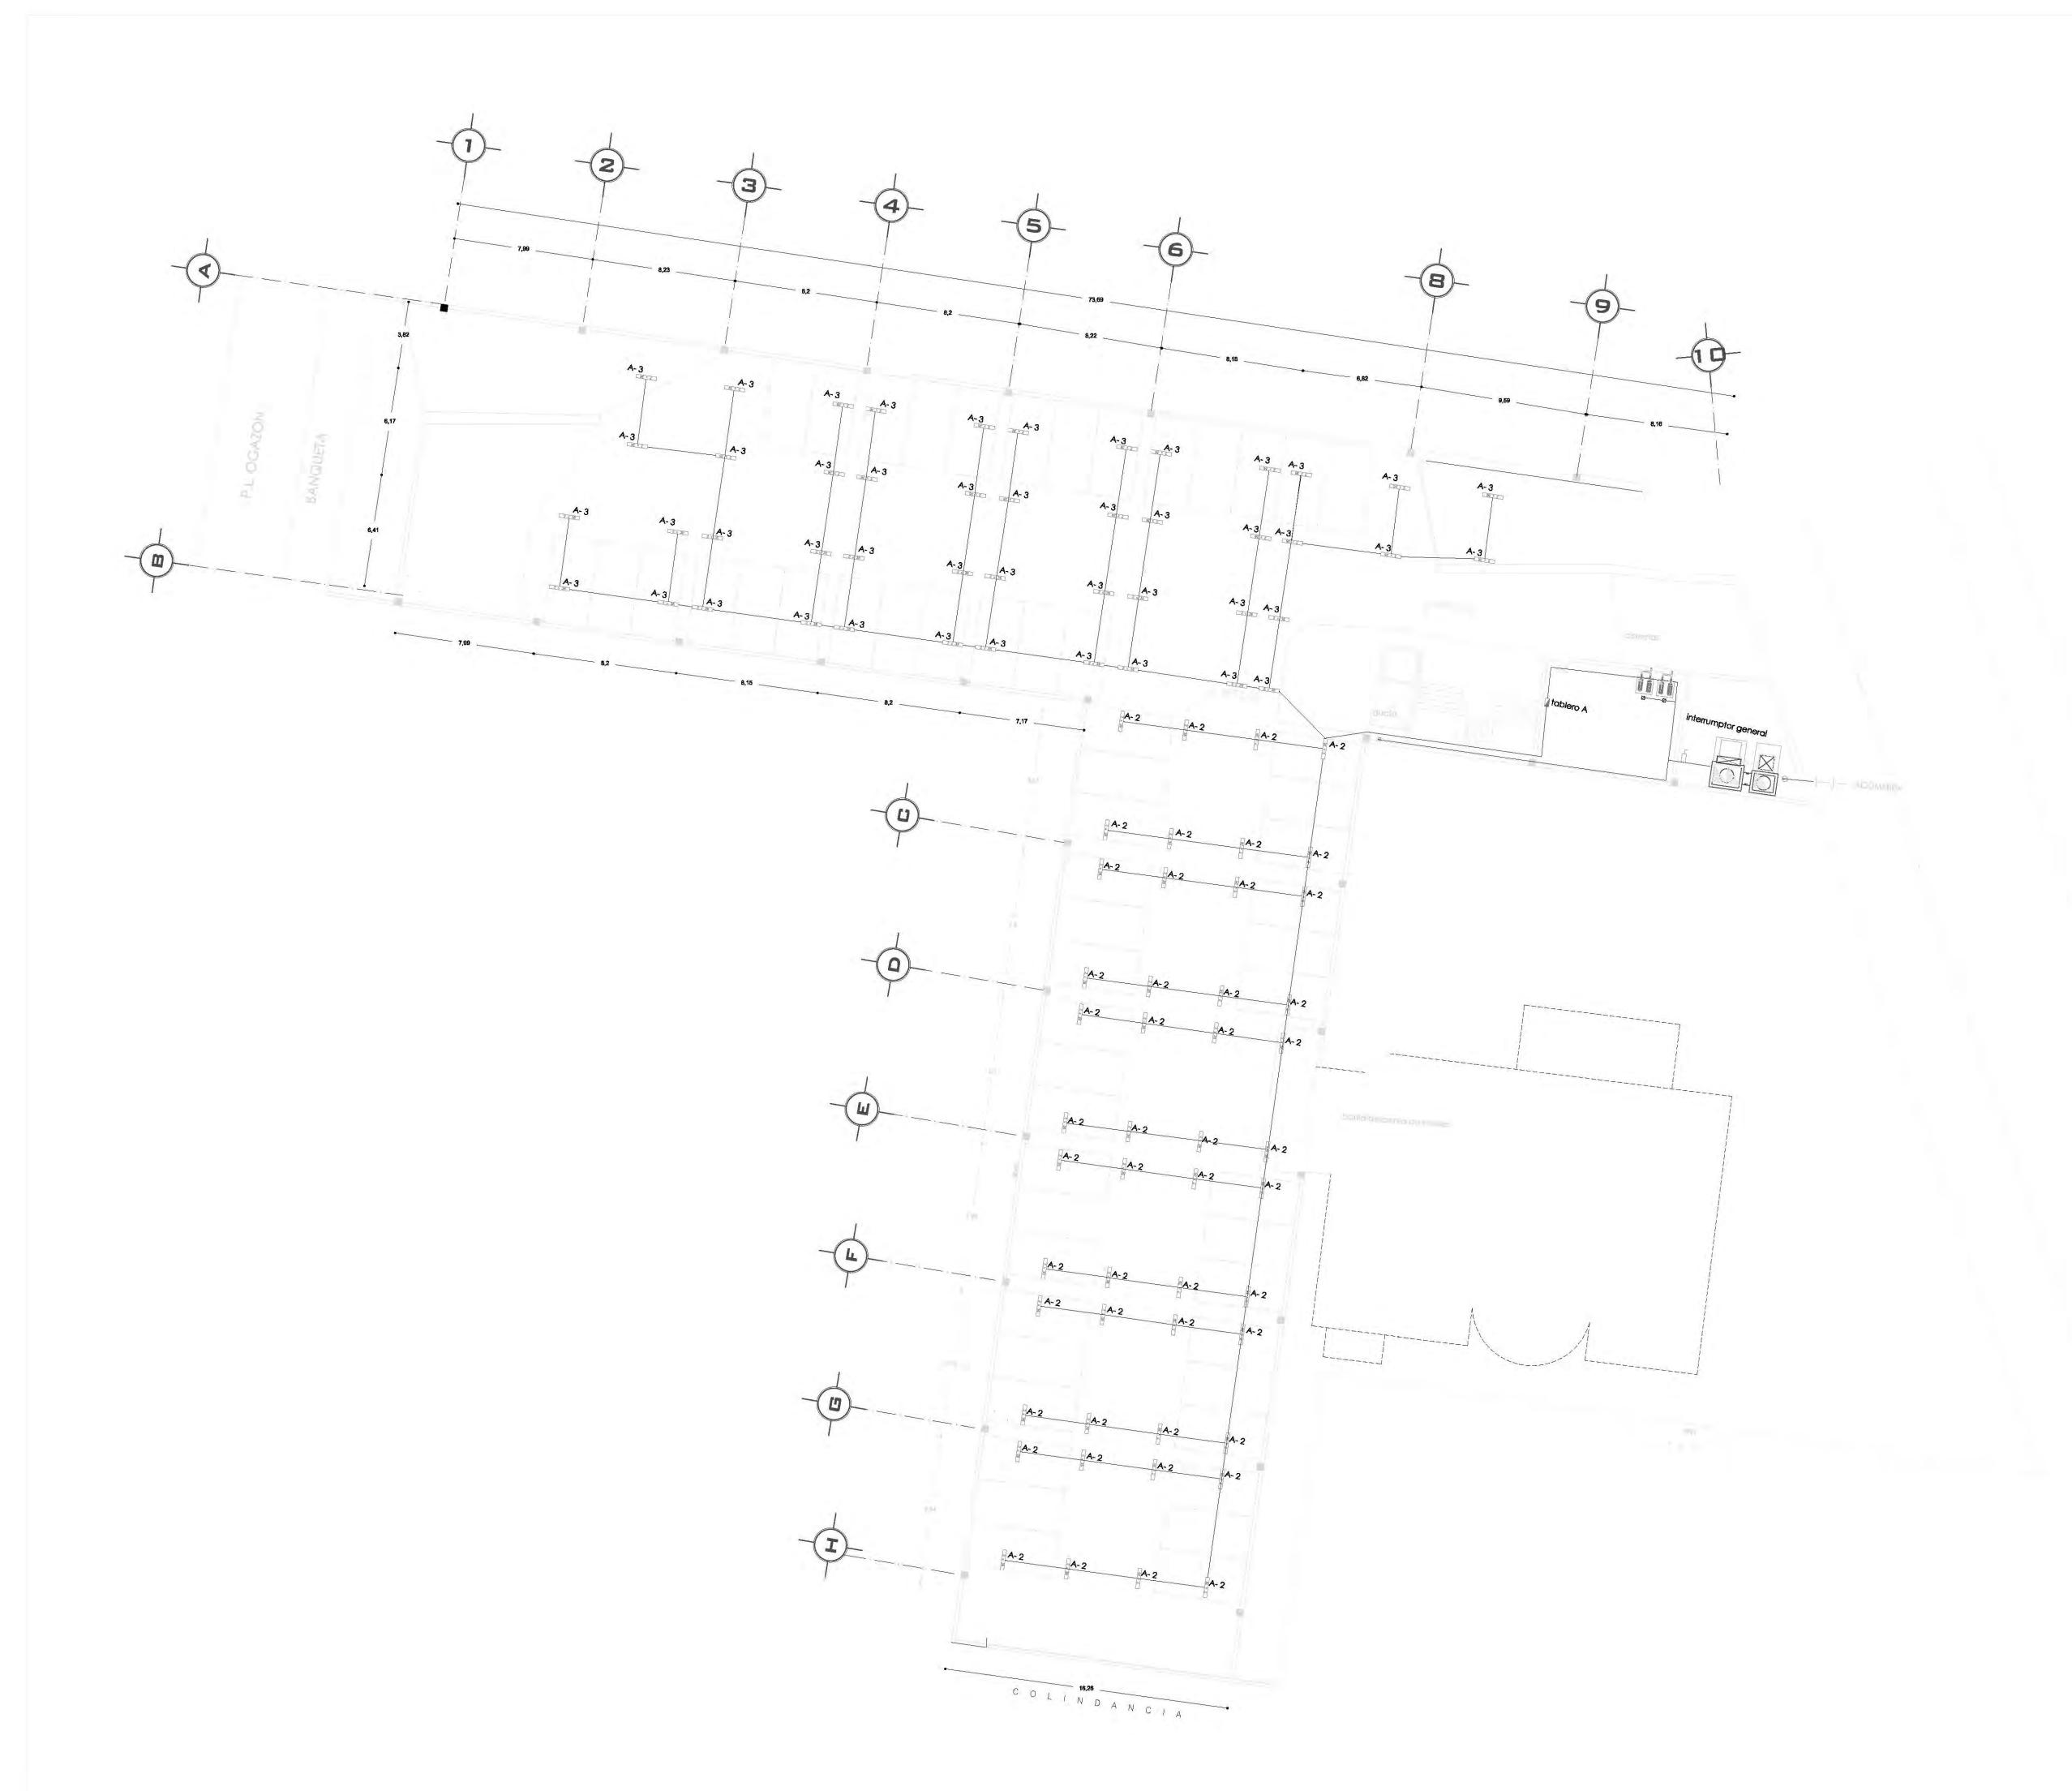


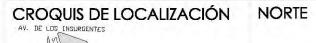

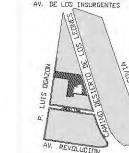

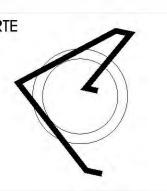

PLANTA ESQUEMÁTICA

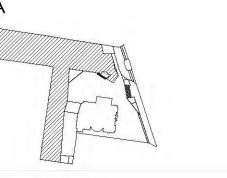

ESCALA GRÁFICA:

SIMBOLOGÍA:

1.1	
• N.P.T. +/-00.00	INDICA NIVEL DE PISO TERMINADO
N.S.L.	INDICA NIVEL SOBRE LOSA
N.L.A.P.	INDICA NIVEL DE LECHO ALTO DE PL
N.L.B.P.	INDICA NIVEL DE LECHO BAJO DE PL
N.L.A.	INDICA NIVEL LECHO ALTO

INDICA NIVEL LECHO BAJO

N.C.1. INDICA NIVEL DE CUMBRERA 1
N.C.2. INDICA NIVEL DE CUMBRERA 2
INDICA NIVEL DE PRETIL
INDICA CAMBIO DE NIVEL
INDICA CORTE O FACHADA
INDICA BAJADA DE AGUA PLUVIAL



GUADRO DE CARGAS

			0	(0)	4)	(0)	0	00
	240W	240W) DOW	5DW	100W	SOW	sow	125W
Na.	5	82	21	В	з	100	47	28
TOTAL	1200	19680	2100	400	300	800	2250	3500
DARBA	36530 CARS	A MAYOR 17	CIRCUITON					26125

PROYECTO:

CENTRO CULTURAL "JOSÉ LUIS CUEVAS"

UBICACIÓN:

Calzada Desierto de los Leones #43 Col. San Ángel Del. Álvaro Obregón

PLANO:

Plano de salidas de energía eléctrica

IE-

CLAVE:

ESCALA: COTAS: FECHA: 1:175 metros 8 junio,2011

SINODALES:

DR. ÁLVARO SÁNCHEZ DRA. MÓNICA CEJUDO ARQ. EDUARDO SCHUTTE ARQ. JAVIER SENOSIAIN




PROYECTÓ:






UNIVERSIDAD NACIONAL AUTONOMA DE MÉXICO

ARQUITECTURA

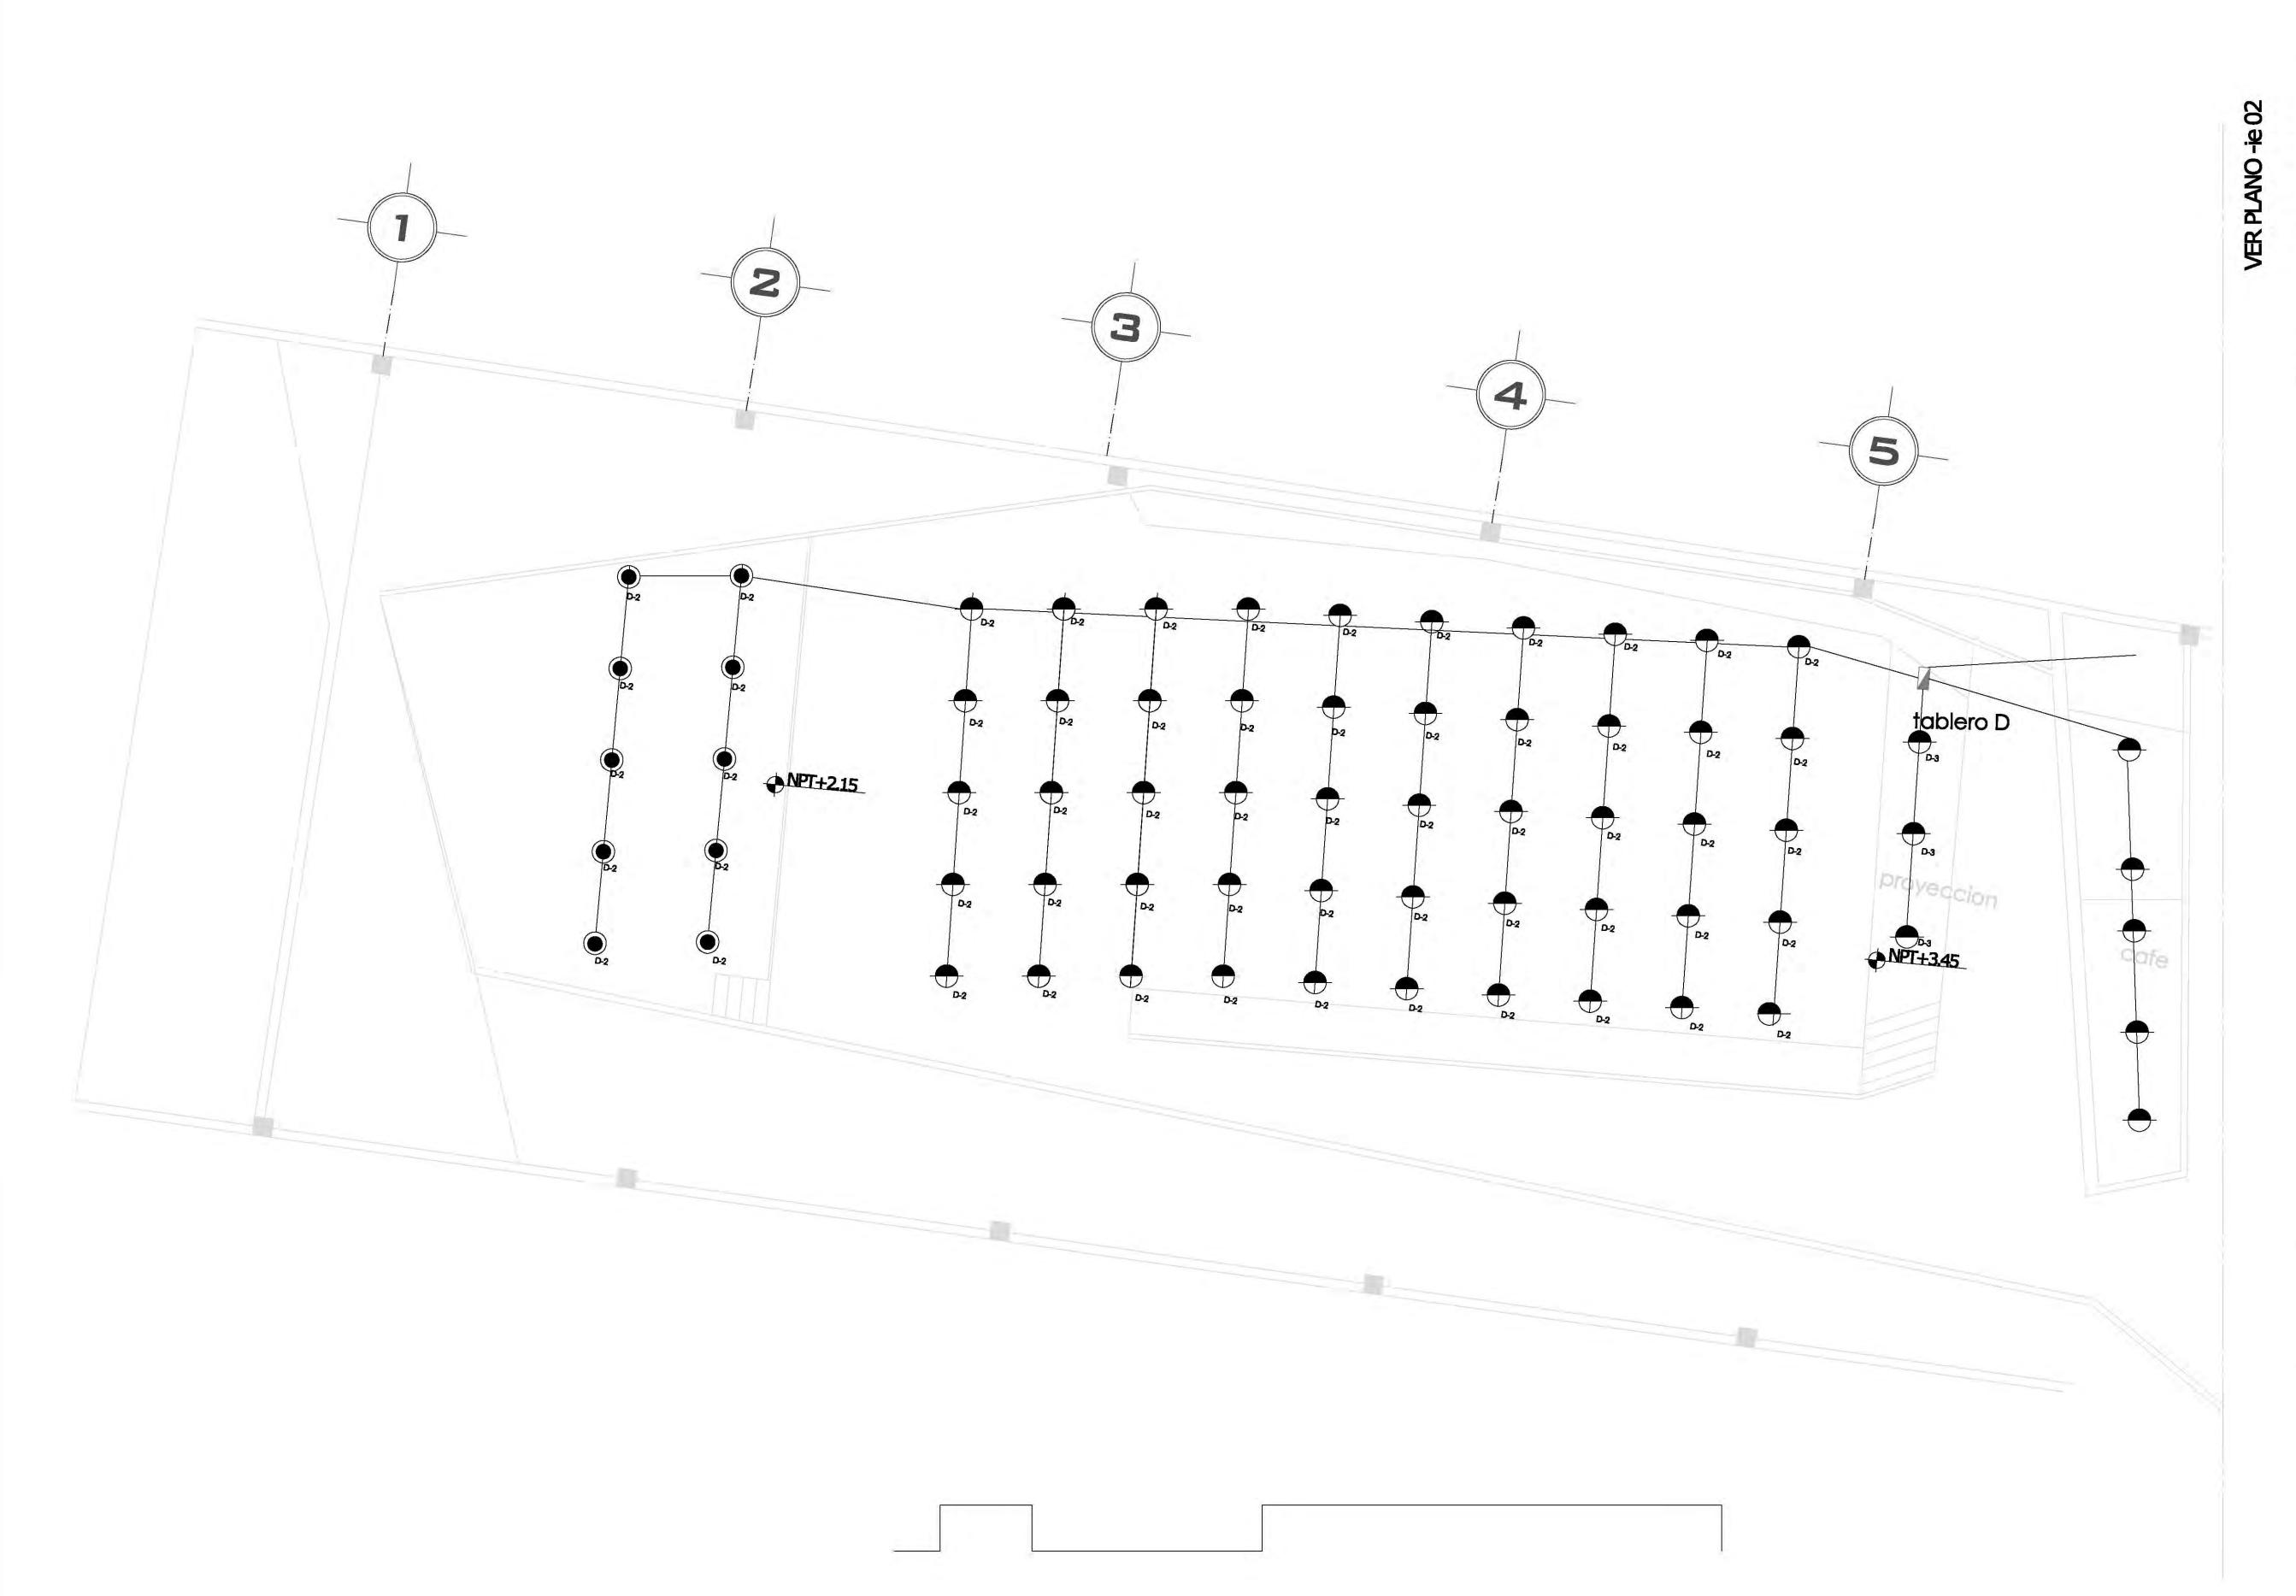




los Leones #43 Col. San Ángel

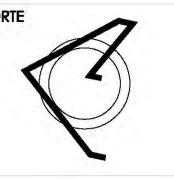

PLANTA ESQUEMÁTICA

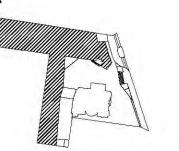


ESCALA GRÁFICA:

SIMBOLOGÍA:

N.L.B.P.

INDICA NIVEL DE PRETIL

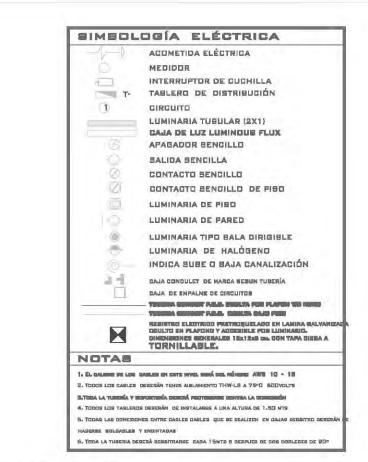

CUADRO DE CARGAS

			-Ō-	(Ĉ)	HO-	(0)		2)
-	240W	240W	1 DOW	BOW	100W	BOW	SOW	125W
No.	8	62	21	8	3	1.0	47	28
TUTAL	1200	19680	2100	400	300	800	2350	3500
TUTAL	26530 CAR	MOYAM A	17 DIRE	urros				26125

PROYECTO:

CENTRO CULTURAL "JOSÉ LUIS CUEVAS"

UBICACIÓN:

Calzada Desierto de los Leones #43 Col. San Ángel Del. Álvaro Obregón

PLANO: Detalle de iluminación 1 CLAVE:

COTAS: FECHA: 8 junio,2011

SINODALES:

ESCALA: 1:175

DR. ÁLVARO SÁNCHEZ DRA. MÓNICA CEJUDO ARQ. EDUARDO SCHUTTE ARQ. JAVIER SENOSIAIN



PROYECTÓ:

MARCOS SAMUEL MARTÍNEZ ARTEAGA








CROQUIS DE LOCALIZACIÓN NORTE Calzada Desierto de los Leones #43 Col. San Ángel

PLANTA ESQUEMÁTICA

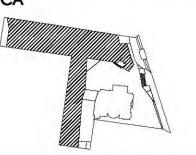

ESCALA GRÁFICA:

SIMBOLOGÍA:

CUADRO DE ÁREAS:

PROYECTO:

CENTRO CULTURAL "JOSÉ LUIS CUEVAS"

UBICACIÓN:

Calzada Desierto de los Leones #43 Col. San Ángel Del. Álvaro Obregón

PLANO: Detalle de iluminación 2

COTAS: metros FECHA: 8 junio,2011

CLAVE:

ESCALA: 1:175 SINODALES:

DR. ÁLVARO SÁNCHEZ DRA, MÓNICA CEJUDO ARQ, EDUARDO SCHUTTE ARQ, JAVIER SENOSIAIN





PROYECTÓ:


MARCOS SAMUEL MARTÍNEZ ARTEAGA





FACULTAD DE ARQUITECTURA

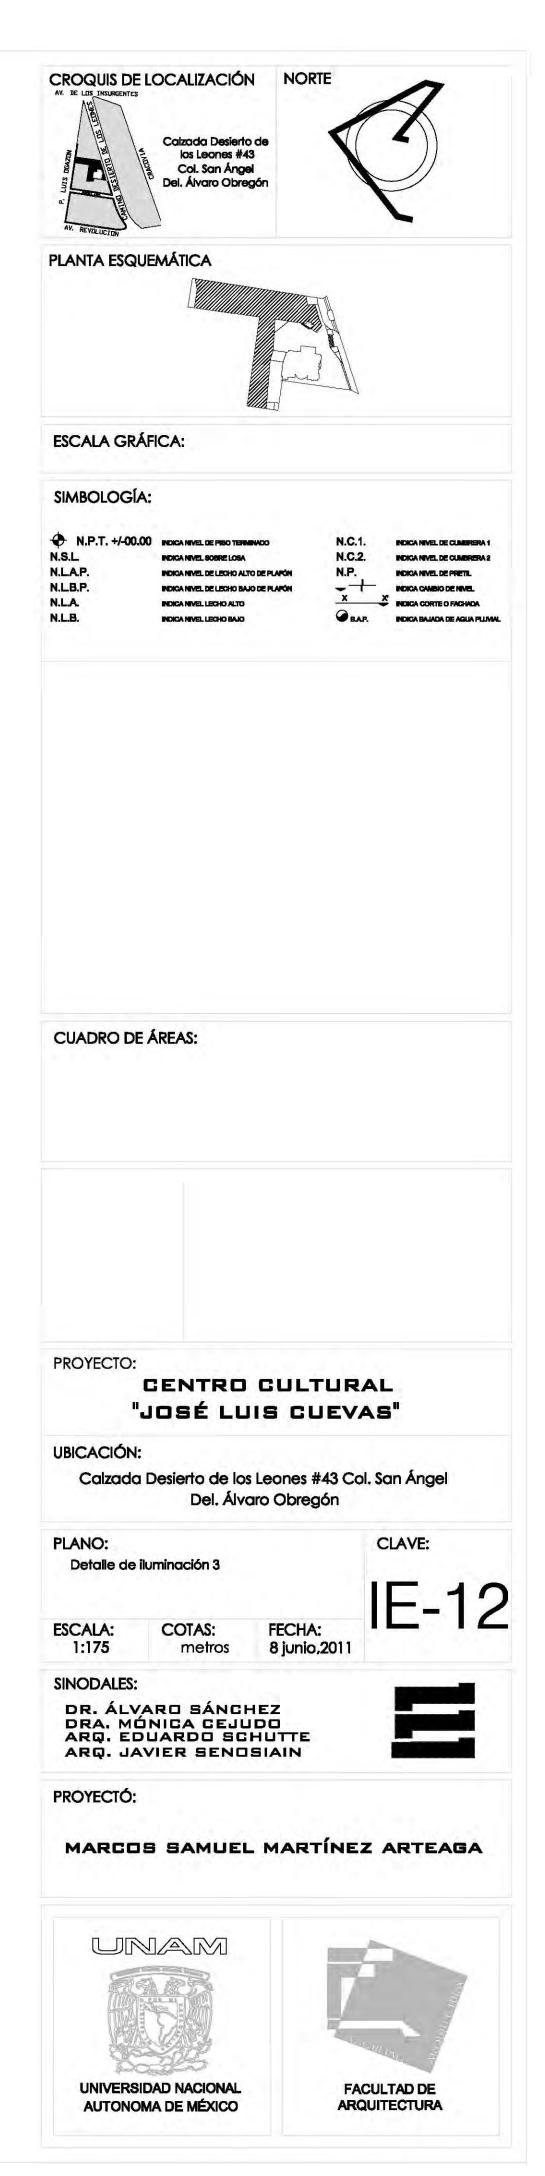

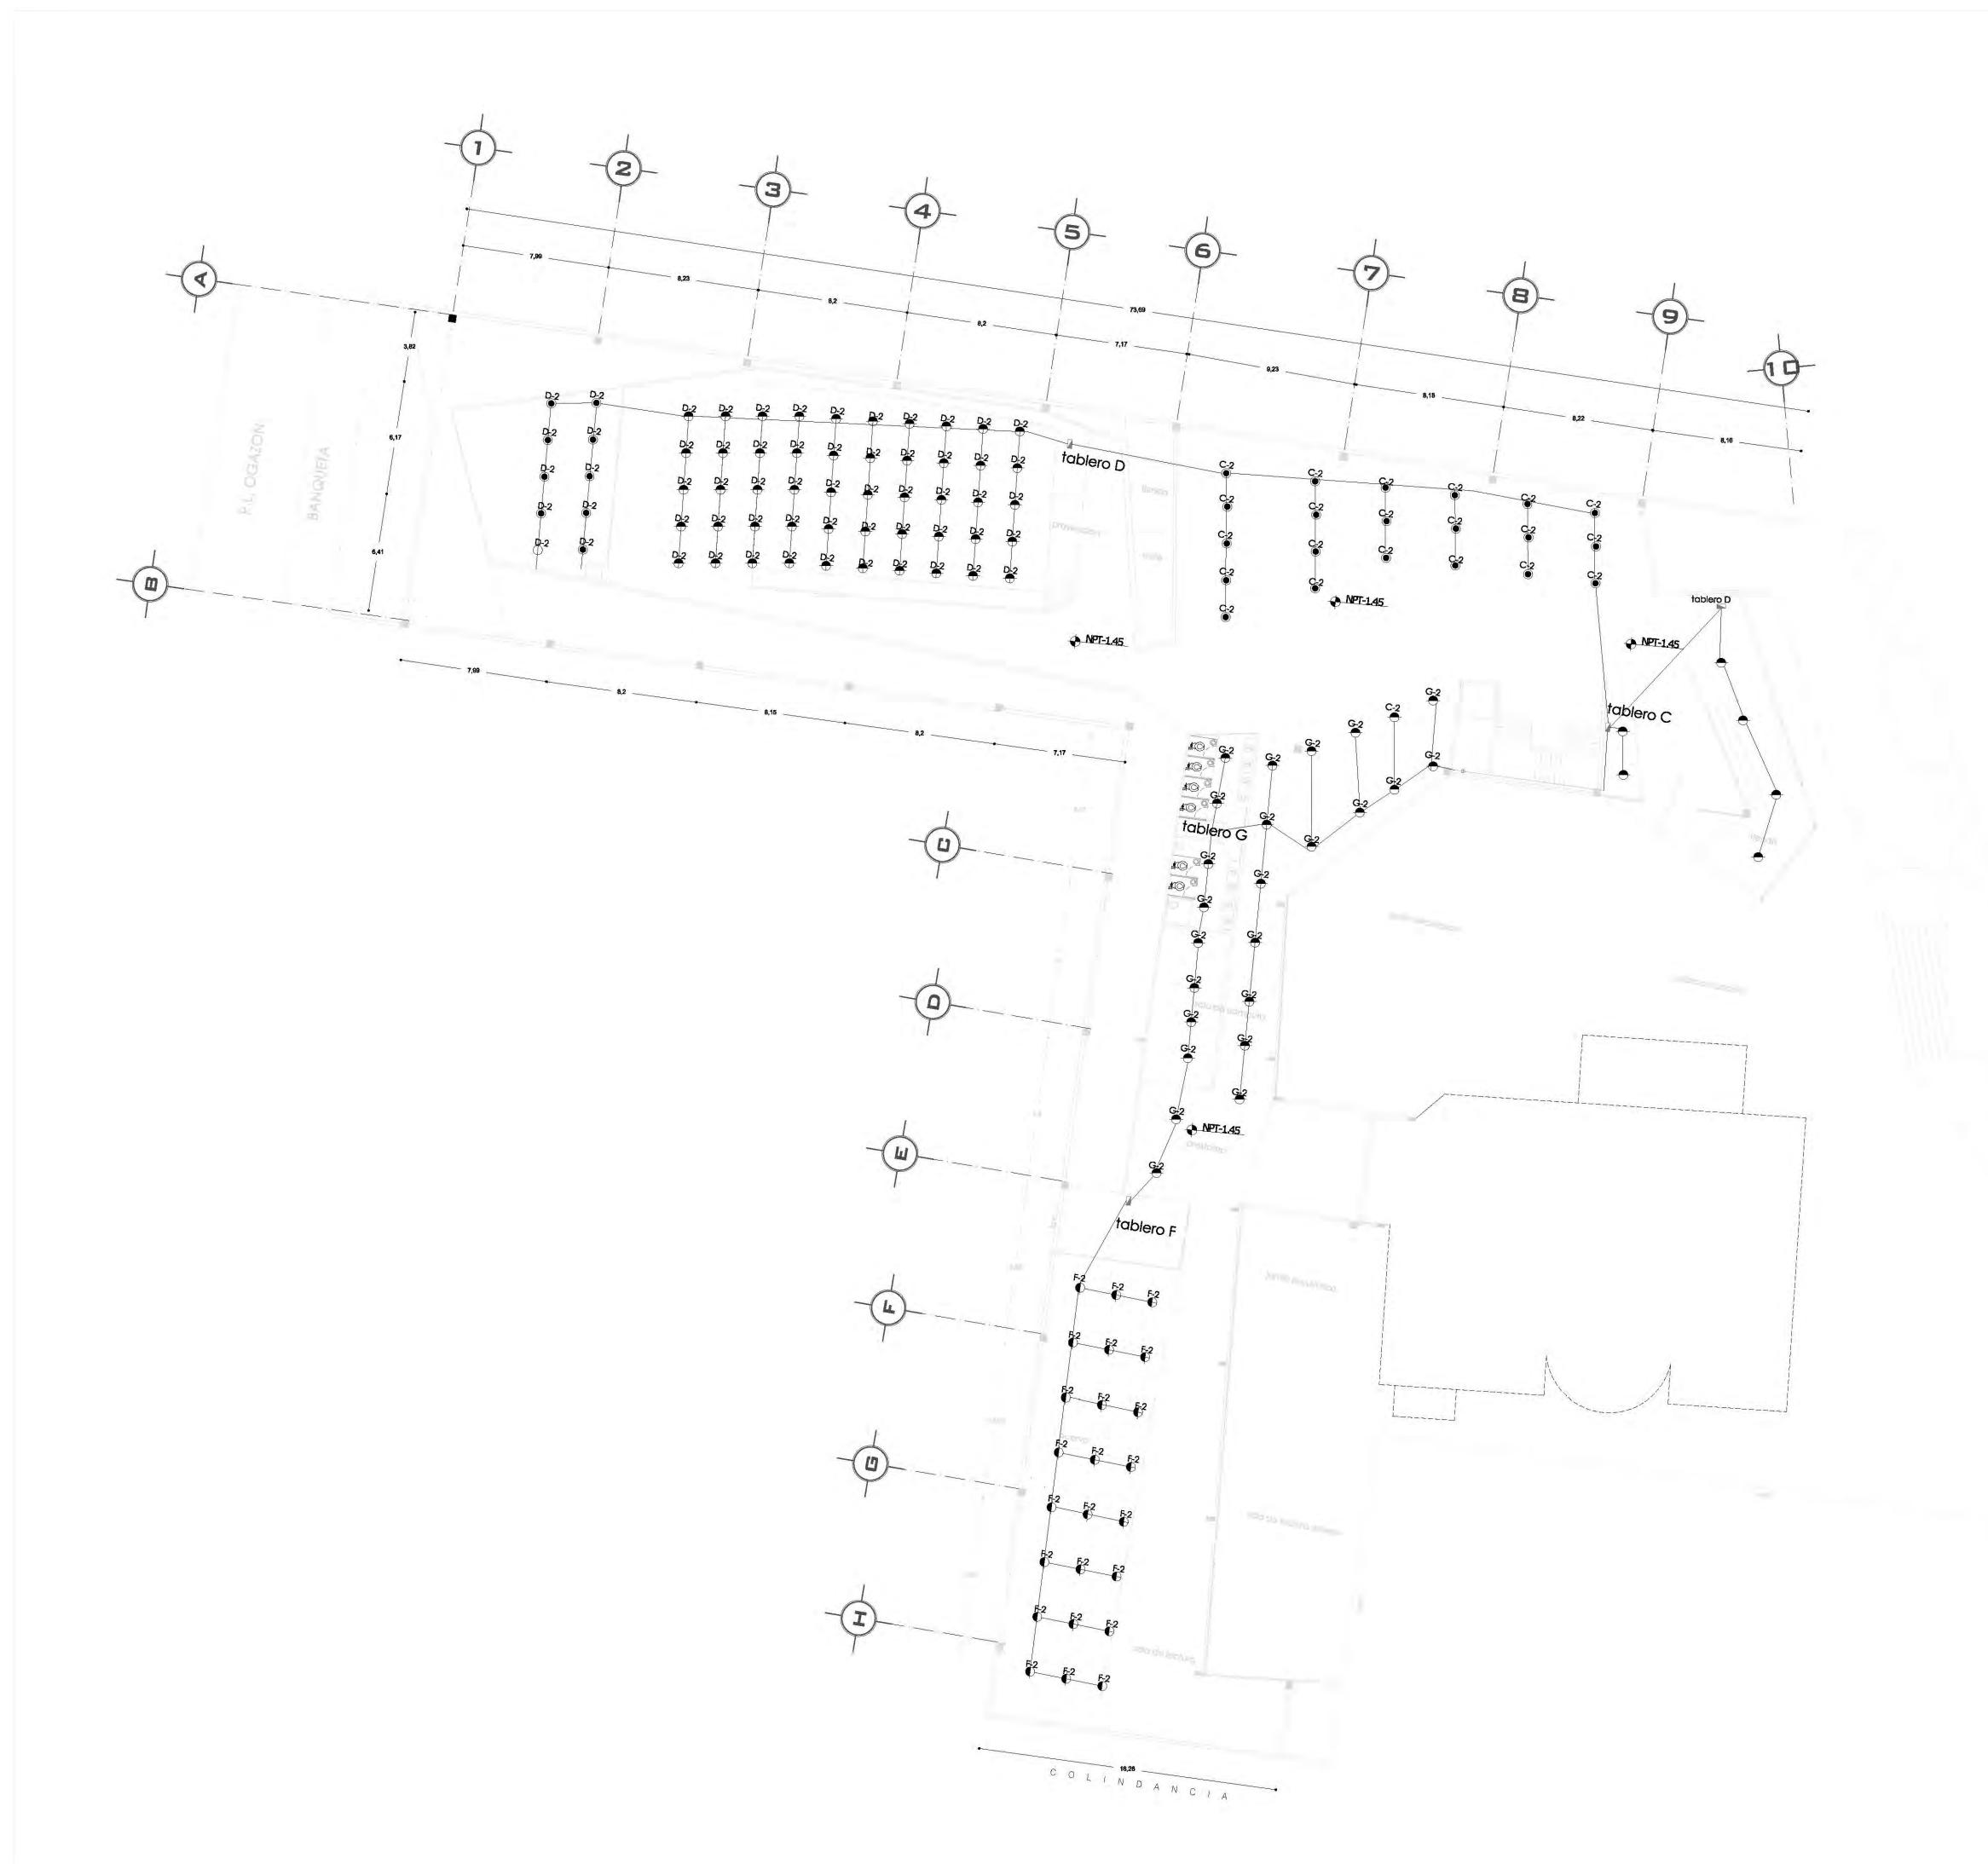


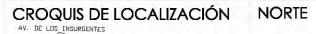

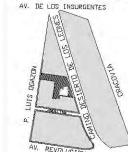

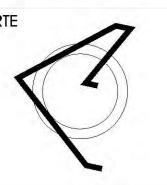

PLANTA ESQUEMÁTICA

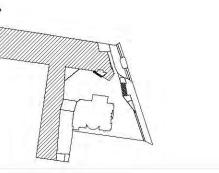

ESCALA GRÁFICA:

SIMBOLOGÍA:

◆ N.P.T. +/-00.00	INDICA NIVEL DE PISO TERMINADO
N.S.L.	INDICA NIVEL SOBRE LOSA
N.L.A.P.	INDICA NIVEL DE LECHO ALTO DE
N.L.B.P.	INDICA NIVEL DE LECHO BAJO DE
N.L.A.	INDICA NIVEL LECHO ALTO
N.L.B.	INDICA NIVEL LECHO BAJO

N.C.1.		INDICA NIVEL DE CUMBRE
N.C.2.		INDICA NIVEL DE CUMBRE
N.P.		INDICA NIVEL DE PRETIL
-		INDICA CAMBIO DE NIVEL
Х	X	INDICA CORTE O FACHAD
BAP.		INDICA BAJADA DE AGUA



CUADRO DE CARGAS

			1		14.7	(0)		00
	940W	340W) DOW	5DW	100W	SOW	saw	125W
Ng.	5	82	21	8	3	10	47	38
TOTAL	1200	19680	2100	400	300	800	2250	3500
DARBA	36530 CARRA	MAYON 17	CIRCUITON					26125

PROYECTO:

CENTRO CULTURAL "JOSÉ LUIS CUEVAS"

UBICACIÓN:

Calzada Desierto de los Leones #43 Col. San Ángel Del. Álvaro Obregón

PLANO: Plano de s CLAVE:

Plano de salidas de energía eléctrica Planta Baja

> FECHA: 8 junio,2011

IE-2

SINODALES:

ESCALA: 1:175

DR. ÁLVARO SÁNCHEZ DRA. MÓNICA CEJUDO ARQ. EDUARDO SCHUTTE ARQ. JAVIER SENOSIAIN

COTAS:

metros




PROYECTÓ:








UNIVERSIDAD NACIONAL AUTONOMA DE MÉXICO

FACULTAD DE ARQUITECTURA

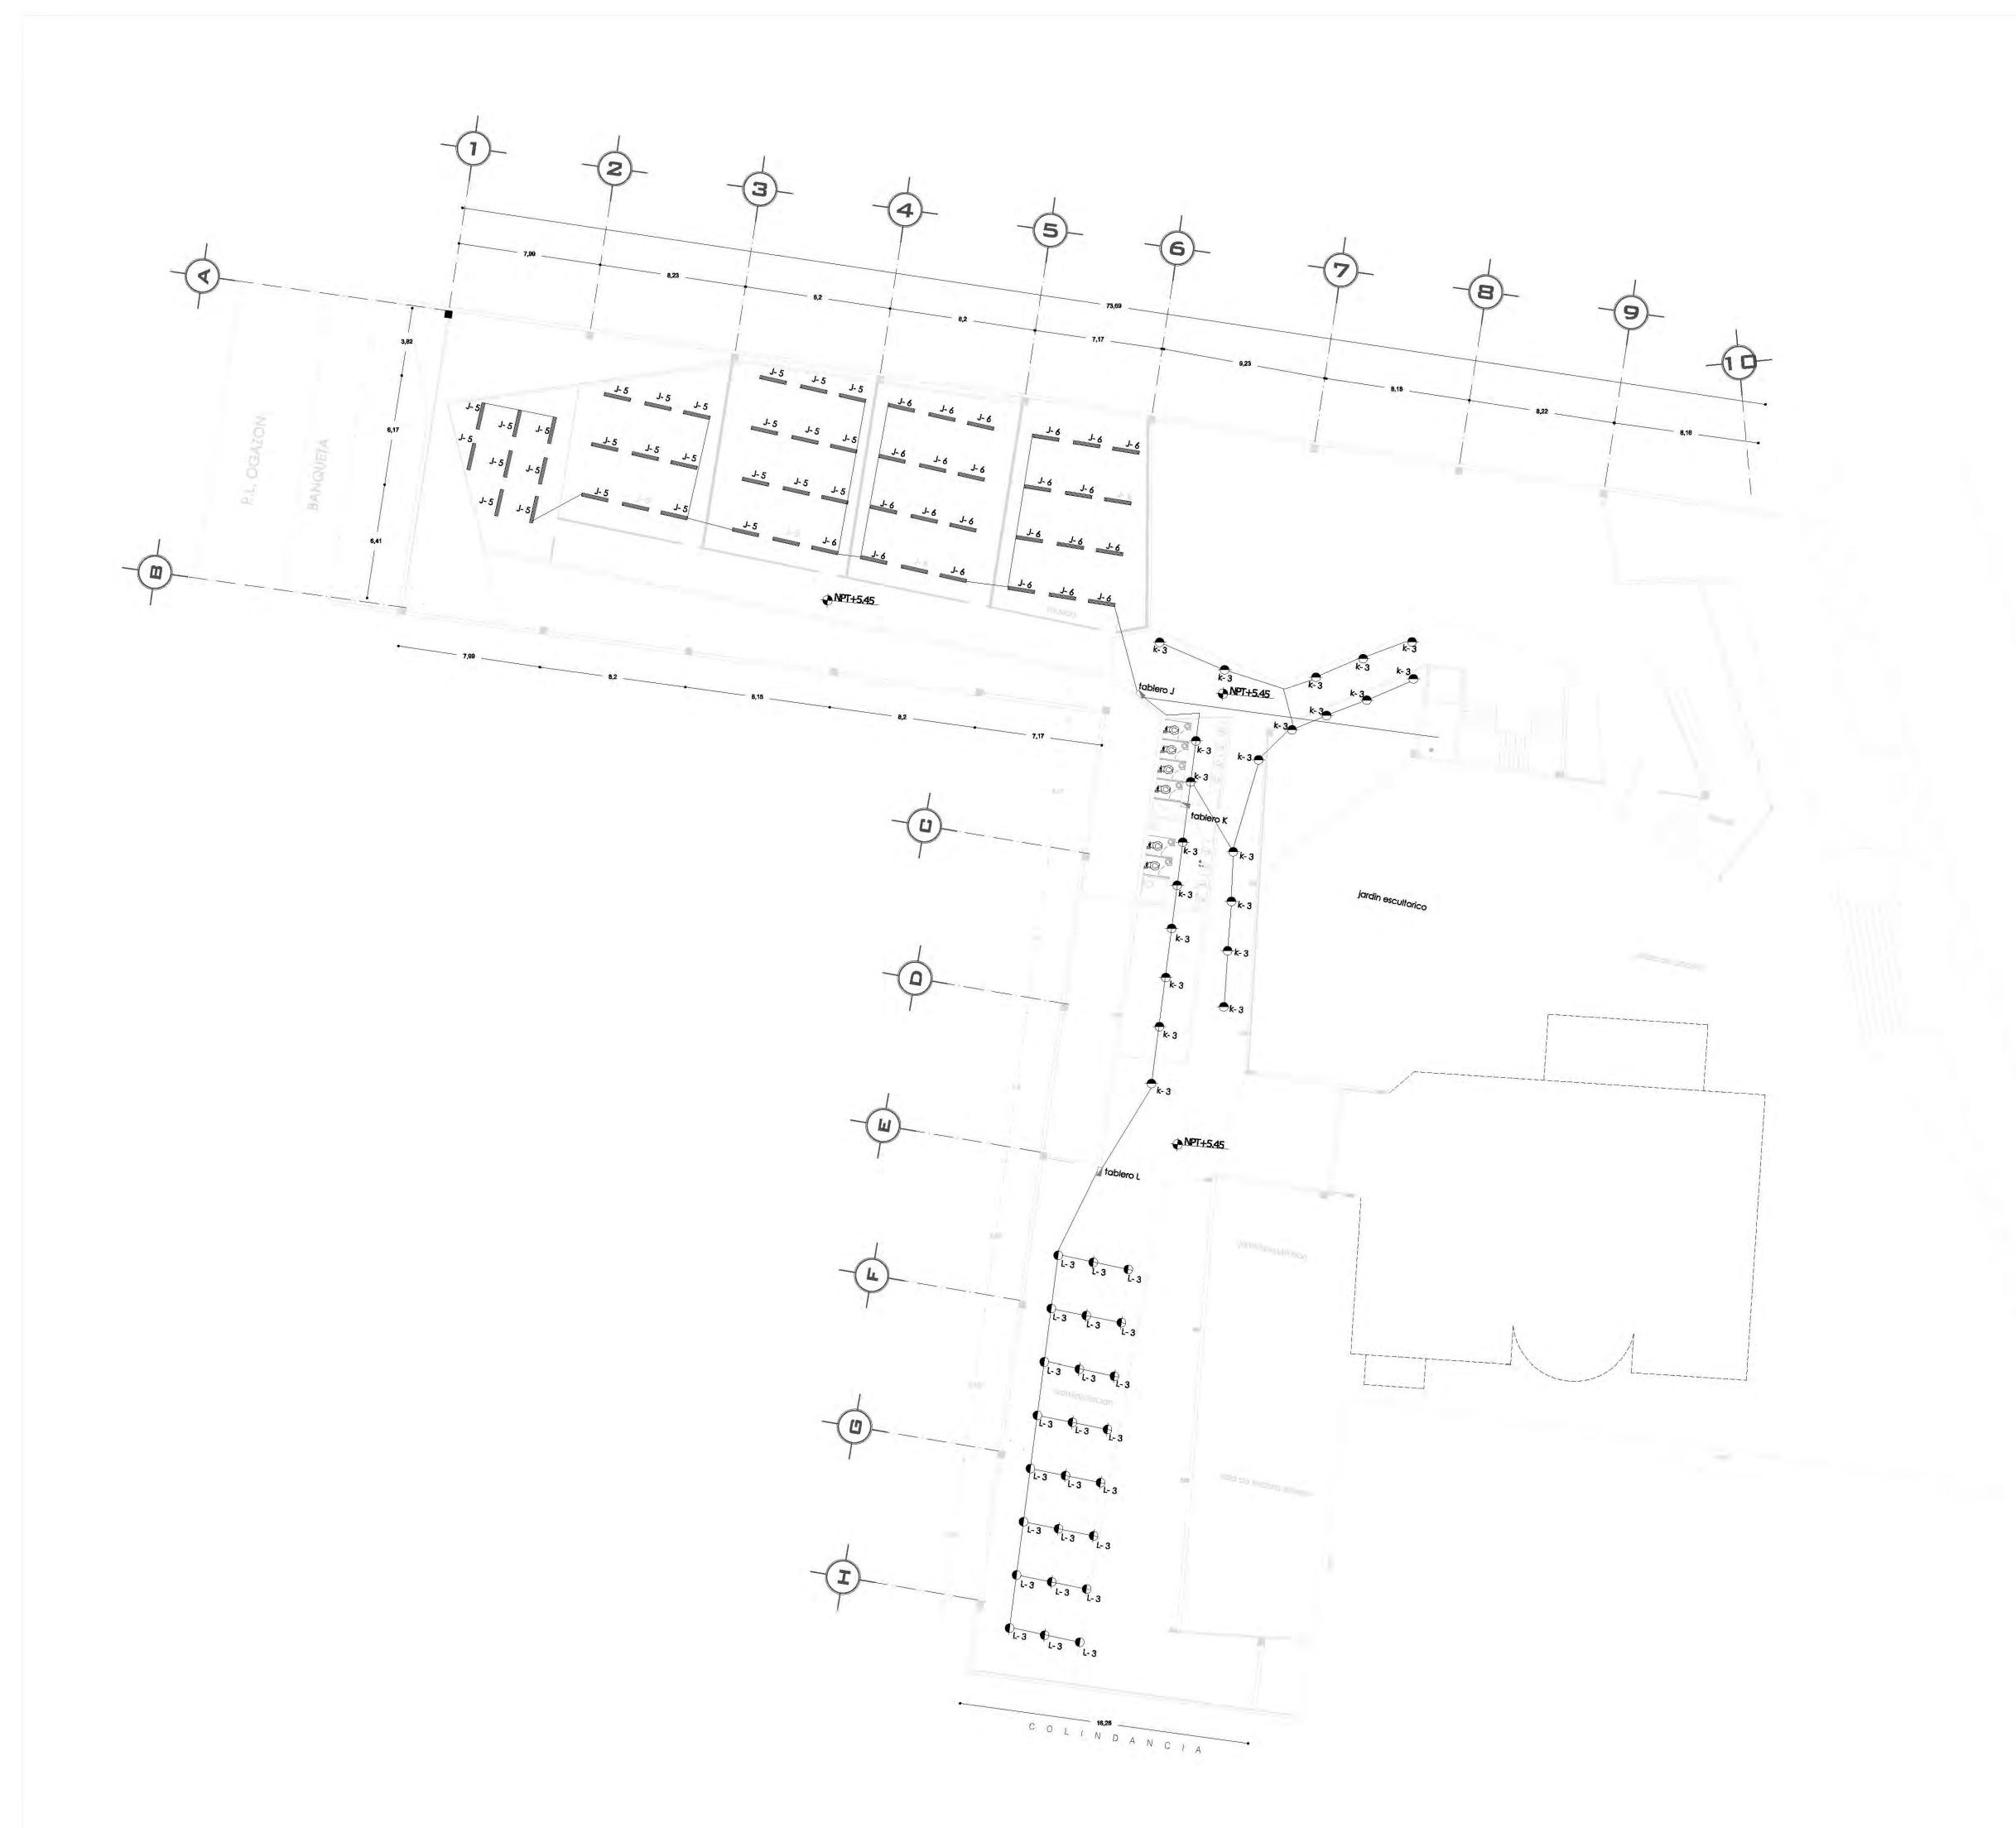


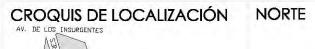

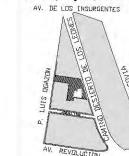

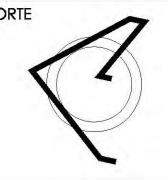

PLANTA ESQUEMÁTICA

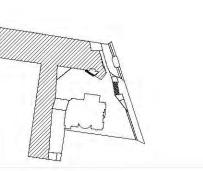

ESCALA GRÁFICA:

SIMBOLOGÍA:

◆ N.P.T. +/-00.00	INDICA NIVEL DE PISO TERMINAD
N.S.L.	INDICA NIVEL SOBRE LOSA
N.L.A.P.	INDICA NIVEL DE LECHO ALTO DE
N.L.B.P.	INDICA NIVEL DE LECHO BAJO DE
N.L.A.	INDICA NIVEL LECHO ALTO
N.L.B.	INDICA NIVEL LECHO BAJO

N.C.1.	INDICA NIVEL DE CUMBRERA
N.C.2.	INDICA NIVEL DE CUMBRERA
N.P.	INDICA NIVEL DE PRETIL
-	INDICA CAMBIO DE NIVEL
X X	INDICA CORTE O FACHADA
BAP.	INDICA BAJADA DE AGUA PLU



GUADRO DE CARGAS

			0	(6)	14.7	(0)	0	00
	940W	240W) DOW	5DW	100W	SOW	saw	125W
Ng.	5	82	21	В	3	10	47	38
TUTAL	1200	19680	2100	400	300	800	2250	3500
DARBA	36530 CAR	MA MAYON 17	CIRCUITON					26125

PROYECTO:

CENTRO CULTURAL "JOSÉ LUIS CUEVAS"

UBICACIÓN:

Calzada Desierto de los Leones #43 Col. San Ángel Del. Álvaro Obregón

PLANO:
Plano de salidas de energía eléctrica
Planta Alta

CLAVE:

IE-3

ESCALA: COTAS: FECHA: 1:175 metros 8 junio,2011

SINODALES:

DR. ÁLVARO SÁNGHEZ DRA. MÓNICA CEJUDO ARQ. EDUARDO SCHUTTE ARQ. JAVIER SENOSIAIN



PROYECTÓ:






UNIVERSIDAD NACIONAL AUTONOMA DE MÉXICO

FACULTAD DE ARQUITECTURA






Calzada Desierto de los Leones #43 Col. San Ángel

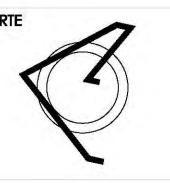

PLANTA ESQUEMÁTICA

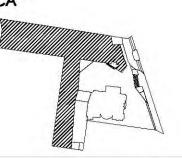

ESCALA GRÁFICA:

SIMBOLOGÍA:

CUADRO DE ÁREAS:

PROYECTO:

CENTRO CULTURAL "JOSÉ LUIS CUEVAS"

UBICACIÓN:

Calzada Desierto de los Leones #43 Col. San Ángel Del. Álvaro Obregón

PLANO:

Redes de distribución de energía eléectrica - fuerza sótano

FECHA: 8 junio,2011

CLAVE:

SINODALES:

ESCALA: 1:175

DR. ÁLVARO SÁNGHEZ DRA. MÓNICA GEJUDO ARQ. EDUARDO SCHUTTE ARQ. JAVIER SENOSIAIN

COTAS: metros




PROYECTÓ:


MARCOS SAMUEL MARTÍNEZ ARTEAGA









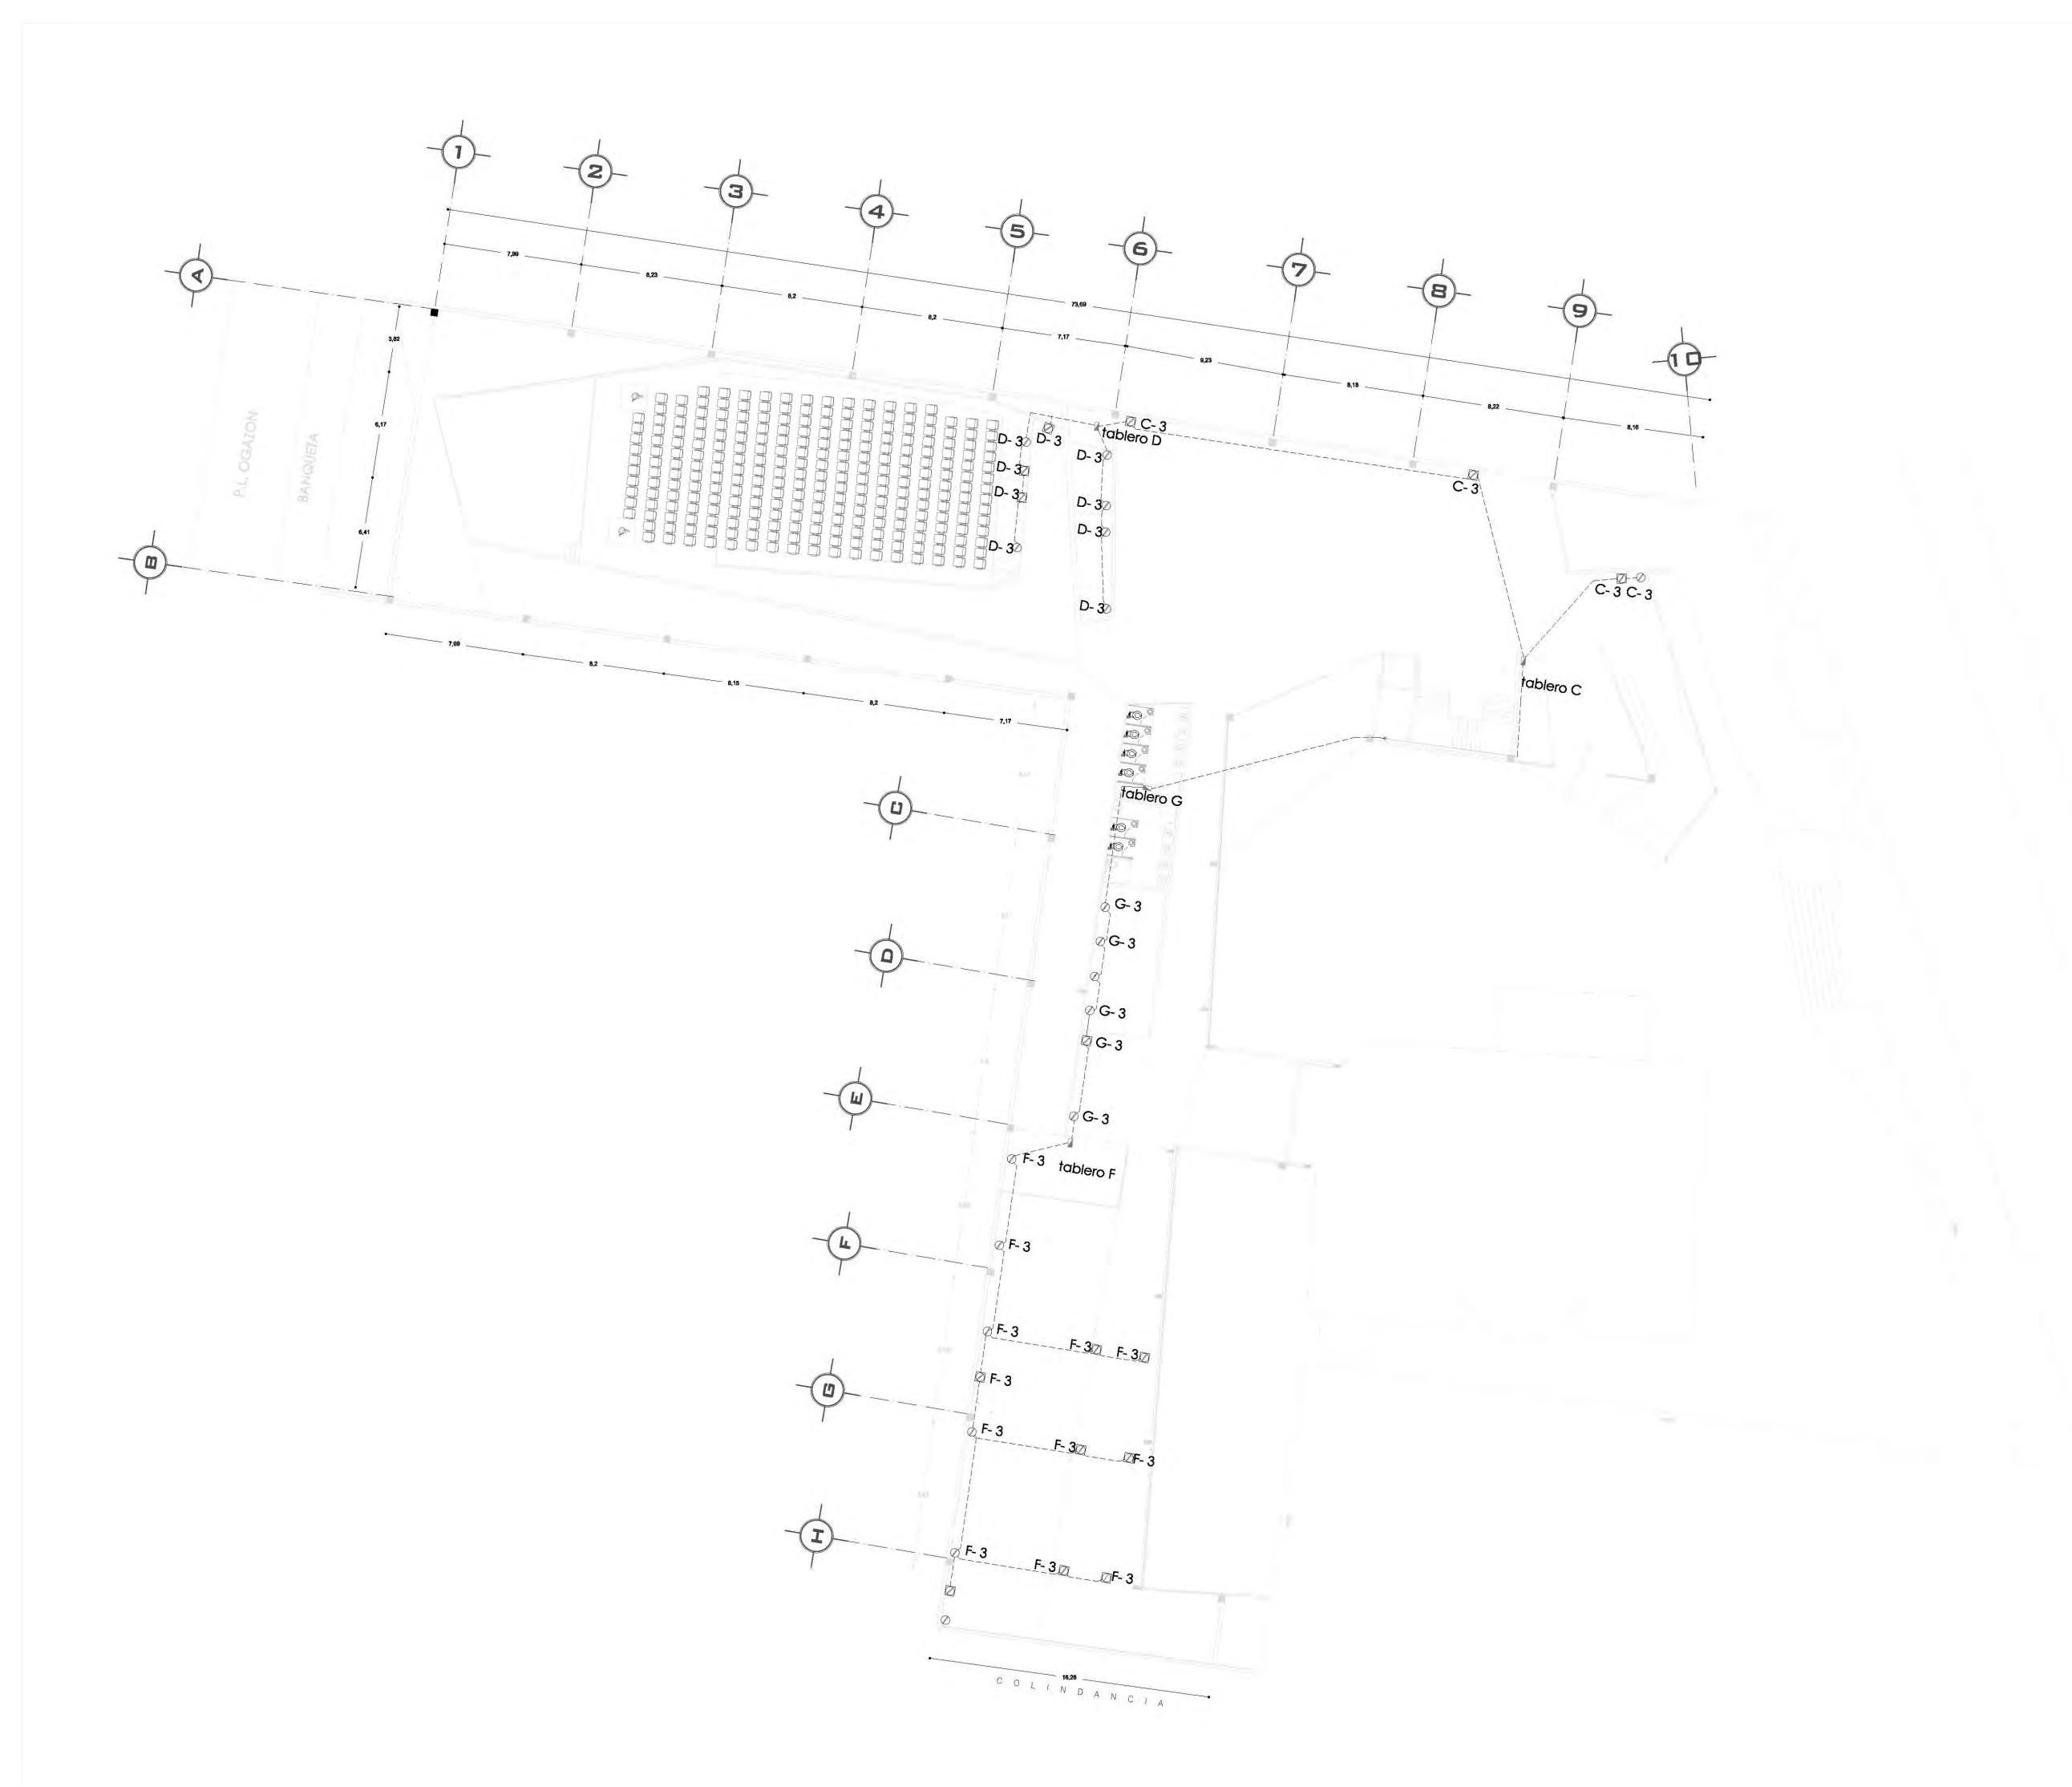


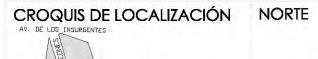

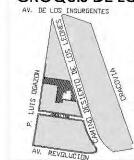

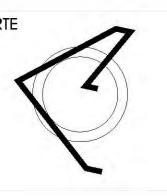

PLANTA ESQUEMÁTICA

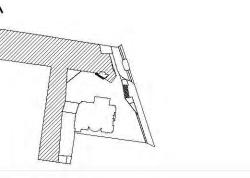

ESCALA GRÁFICA:

SIMBOLOGÍA:

N.P.T. +/-00.00	INDICA NIVEL DE PISO TERMINADO
N.S.L.	INDICA NIVEL SOBRE LOSA
N.L.A.P.	INDICA NIVEL DE LECHO ALTO DE
N.L.B.P.	INDICA NIVEL DE LECHO BAJO DE
N.L.A.	INDICA NIVEL LECHO ALTO
N.L.B.	INDICA NIVEL LECHO BAJO

N.C.1.	INDICA NIVEL DE CUMBRERA
N.C.2.	INDICA NIVEL DE CUMBRERA 2
N.P.	INDICA NIVEL DE PRETIL
-	INDICA CAMBIO DE NIVEL
X X	INDICA CORTE O FACHADA
BAP.	INDICA BAJADA DE AGUA PLU



GUADRO DE CARGAS

			0	(6)	100	(0)	0	(0)
	940W	240W	1 DOW	5DW	100W	SOW	sow	125W
Na.	5	82	21	B	3	10	47	38
TOTAL	1200	19680	2100	400	300	800	2250	3500
DARBA	36530 CAR	BA NAYOR 17	CIRCUITON					26125

PROYECTO:

CENTRO CULTURAL "JOSÉ LUIS CUEVAS"

UBICACIÓN:

Calzada Desierto de los Leones #43 Col. San Ángel Del. Álvaro Obregón

PLANO: Redes de distribución de energía

CLAVE:

FECHA: 8 junio,2011 ESCALA: 1:175 COTAS:

metros

SINODALES:

DR. ÁLVARO SÁNGHEZ DRA. MÓNICA CEJUDO ARQ. EDUARDO SCHUTTE ARQ. JAVIER SENOSIAIN

eléctica/fuerza planta baja




PROYECTÓ:








UNIVERSIDAD NACIONAL AUTONOMA DE MÉXICO

ARQUITECTURA

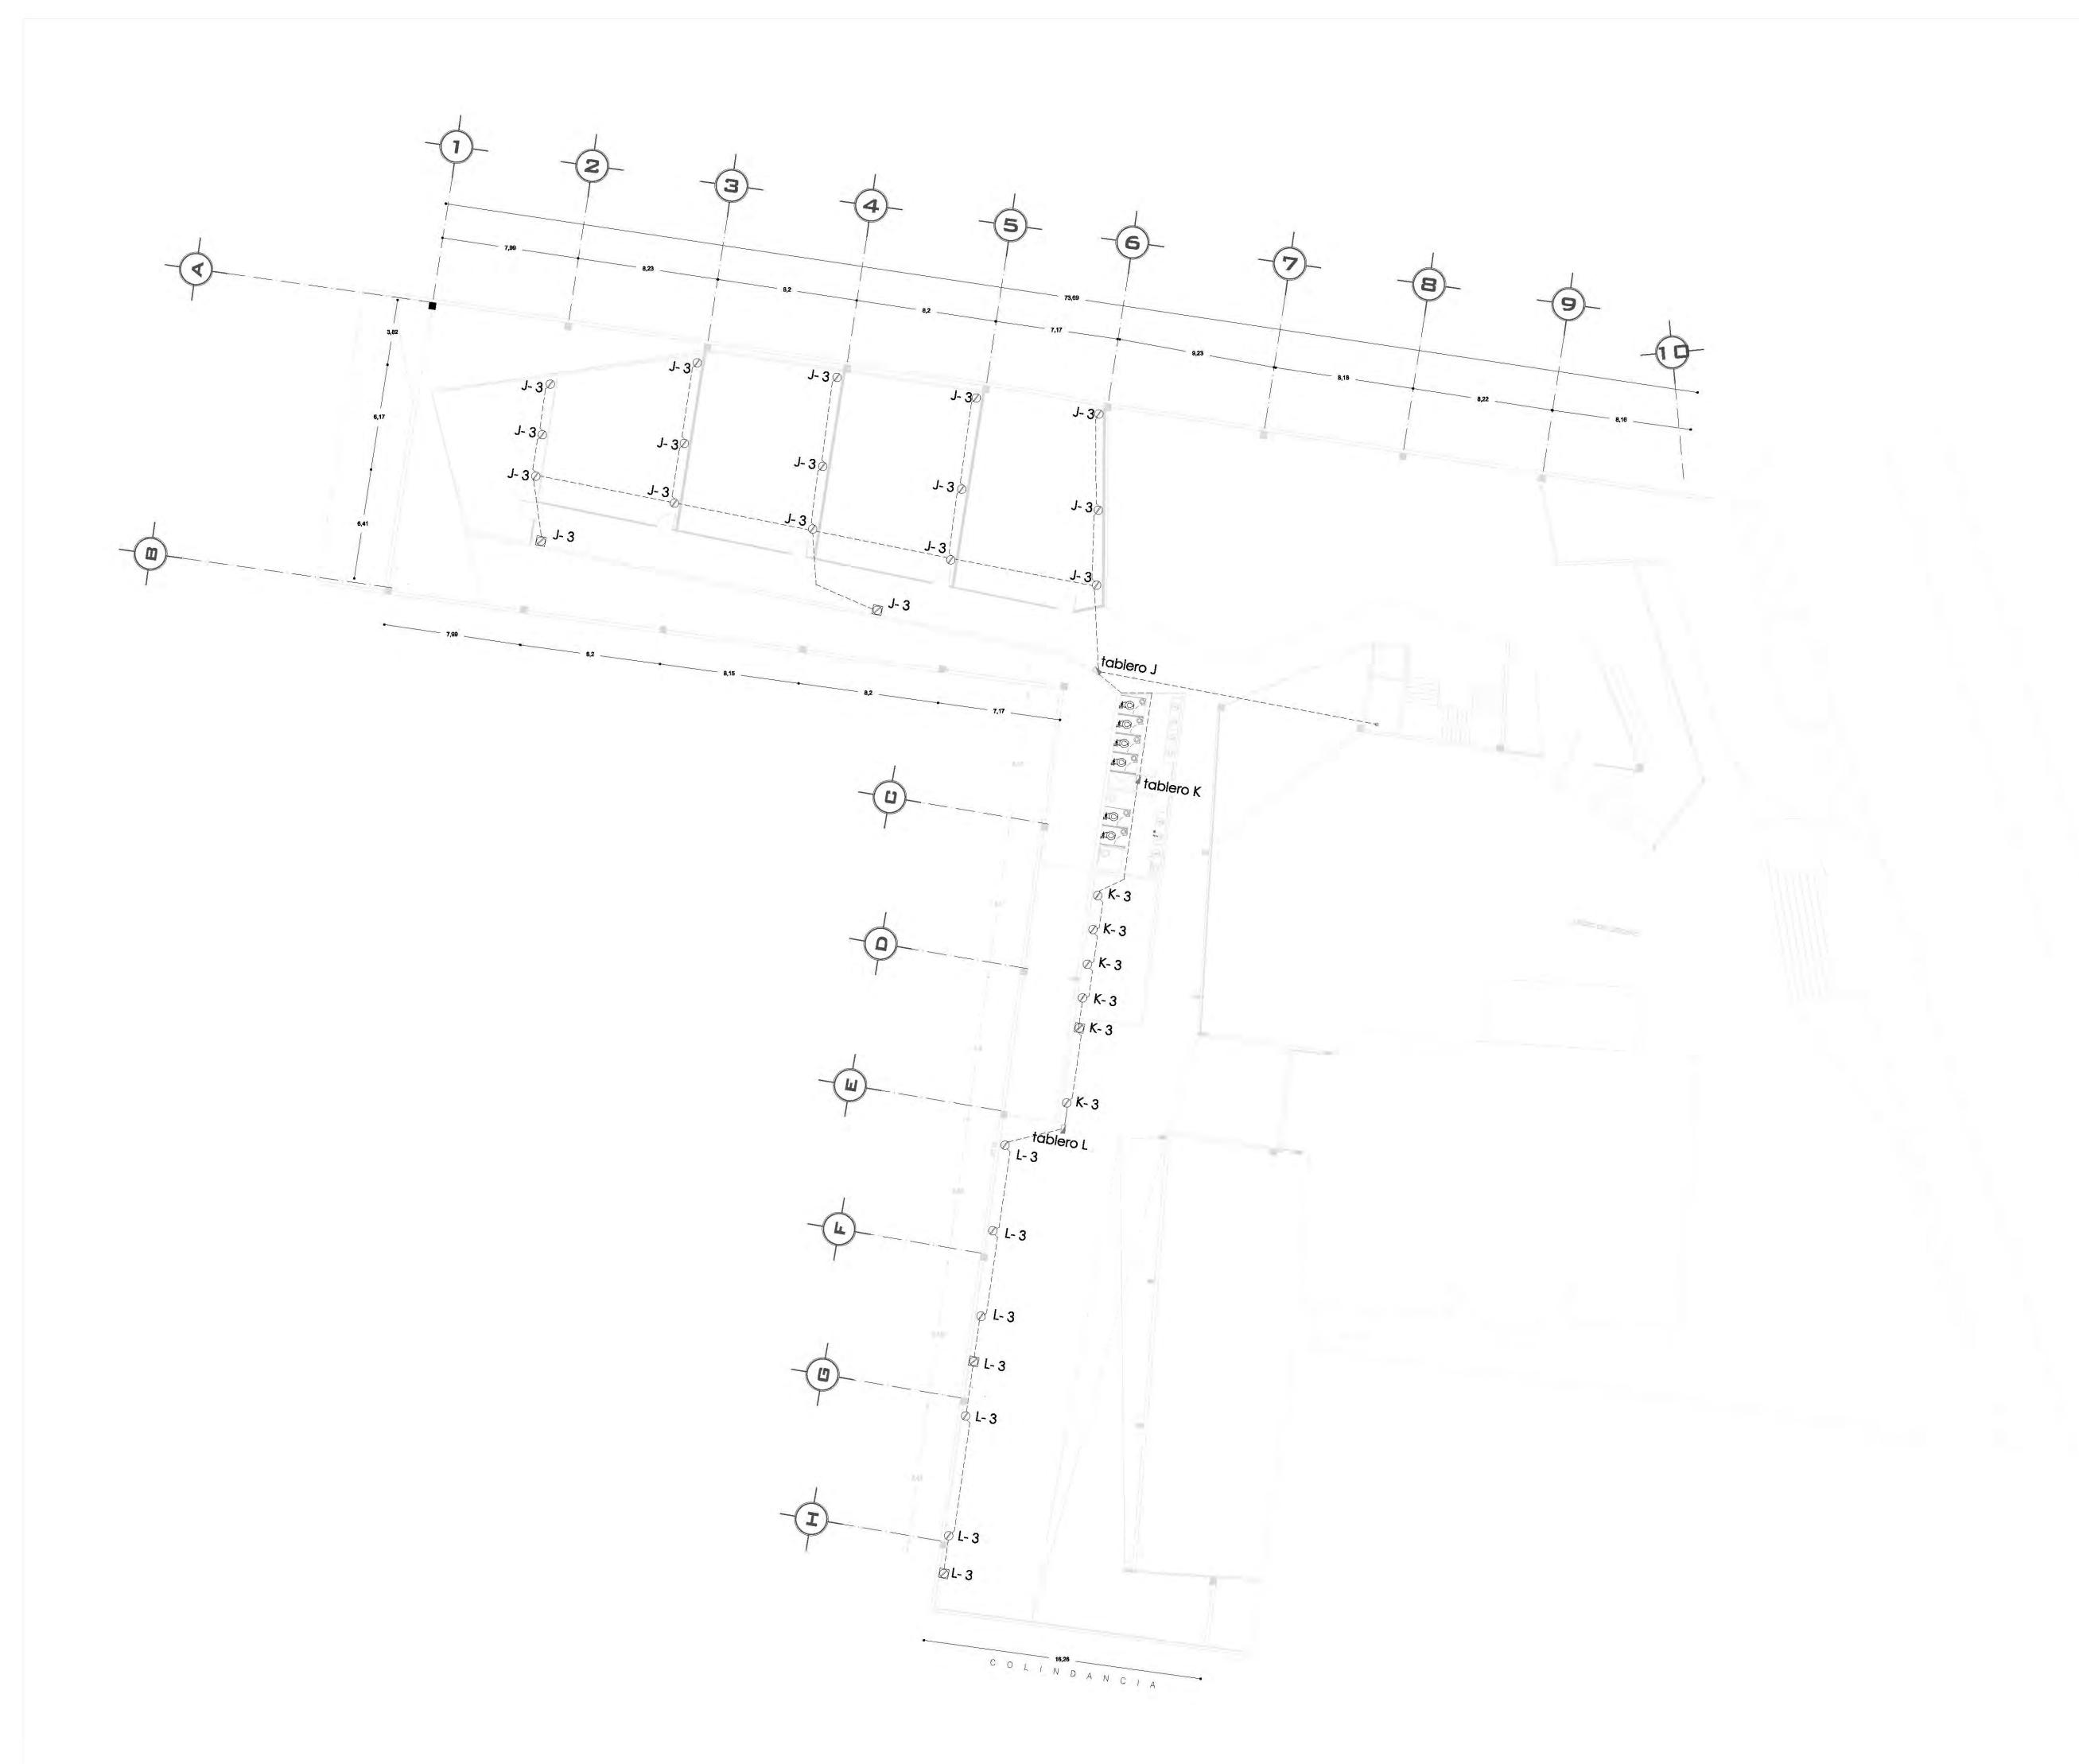


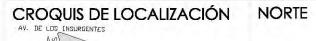

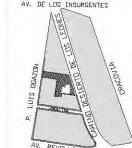

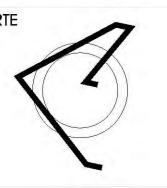

PLANTA ESQUEMÁTICA

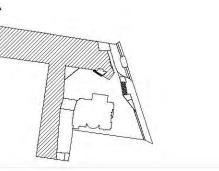

ESCALA GRÁFICA:

SIMBOLOGÍA:

• N.P.T. +/-00.00	INDICA NIVEL DE PISO TERMINADO
N.S.L.	INDICA NIVEL SOBRE LOSA
N.L.A.P.	INDICA NIVEL DE LECHO ALTO DE PL
N.L.B.P.	INDICA NIVEL DE LECHO BAJO DE PL
N.L.A.	INDICA NIVEL LECHO ALTO
N.L.B.	INDICA NIVEL LECHO BAJO

N.C.2.	INDICA NIVEL DE CUMBRERA
N.P.	INDICA NIVEL DE PRETIL
-	INDICA CAMBIO DE NIVEL
X X	INDICA CORTE O FACHADA
BAP.	INDICA BAJADA DE AGUA PLU



CUADRO DE CARGAS

			-0	(8)	4 1	(0)	0	00
	940W	340W) DOW	5DW	100W	SOW	sow	125W
Na.	5	82	21	B	3	10	47	38
TOTAL	1200	19680	2100	400	300	800	2250	3500
DARBA	36530 CA	REA HAYDE 17 I	RELITOR					2612

PROYECTO:

CENTRO CULTURAL "JOSÉ LUIS CUEVAS"

UBICACIÓN:

Calzada Desierto de los Leones #43 Col. San Ángel Del. Álvaro Obregón

PLANO: Redes de distribución de energía eléctica/fuerza planta alta

CLAVE:

FECHA: 8 junio,2011 ESCALA: 1:175 COTAS: metros

SINODALES:

DR. ÁLVARO SÁNCHEZ DRA. MÓNICA CEJUDO ARQ. EDUARDO SCHUTTE ARQ. JAVIER SENOSIAIN




PROYECTÓ:






UNIVERSIDAD NACIONAL AUTONOMA DE MÉXICO

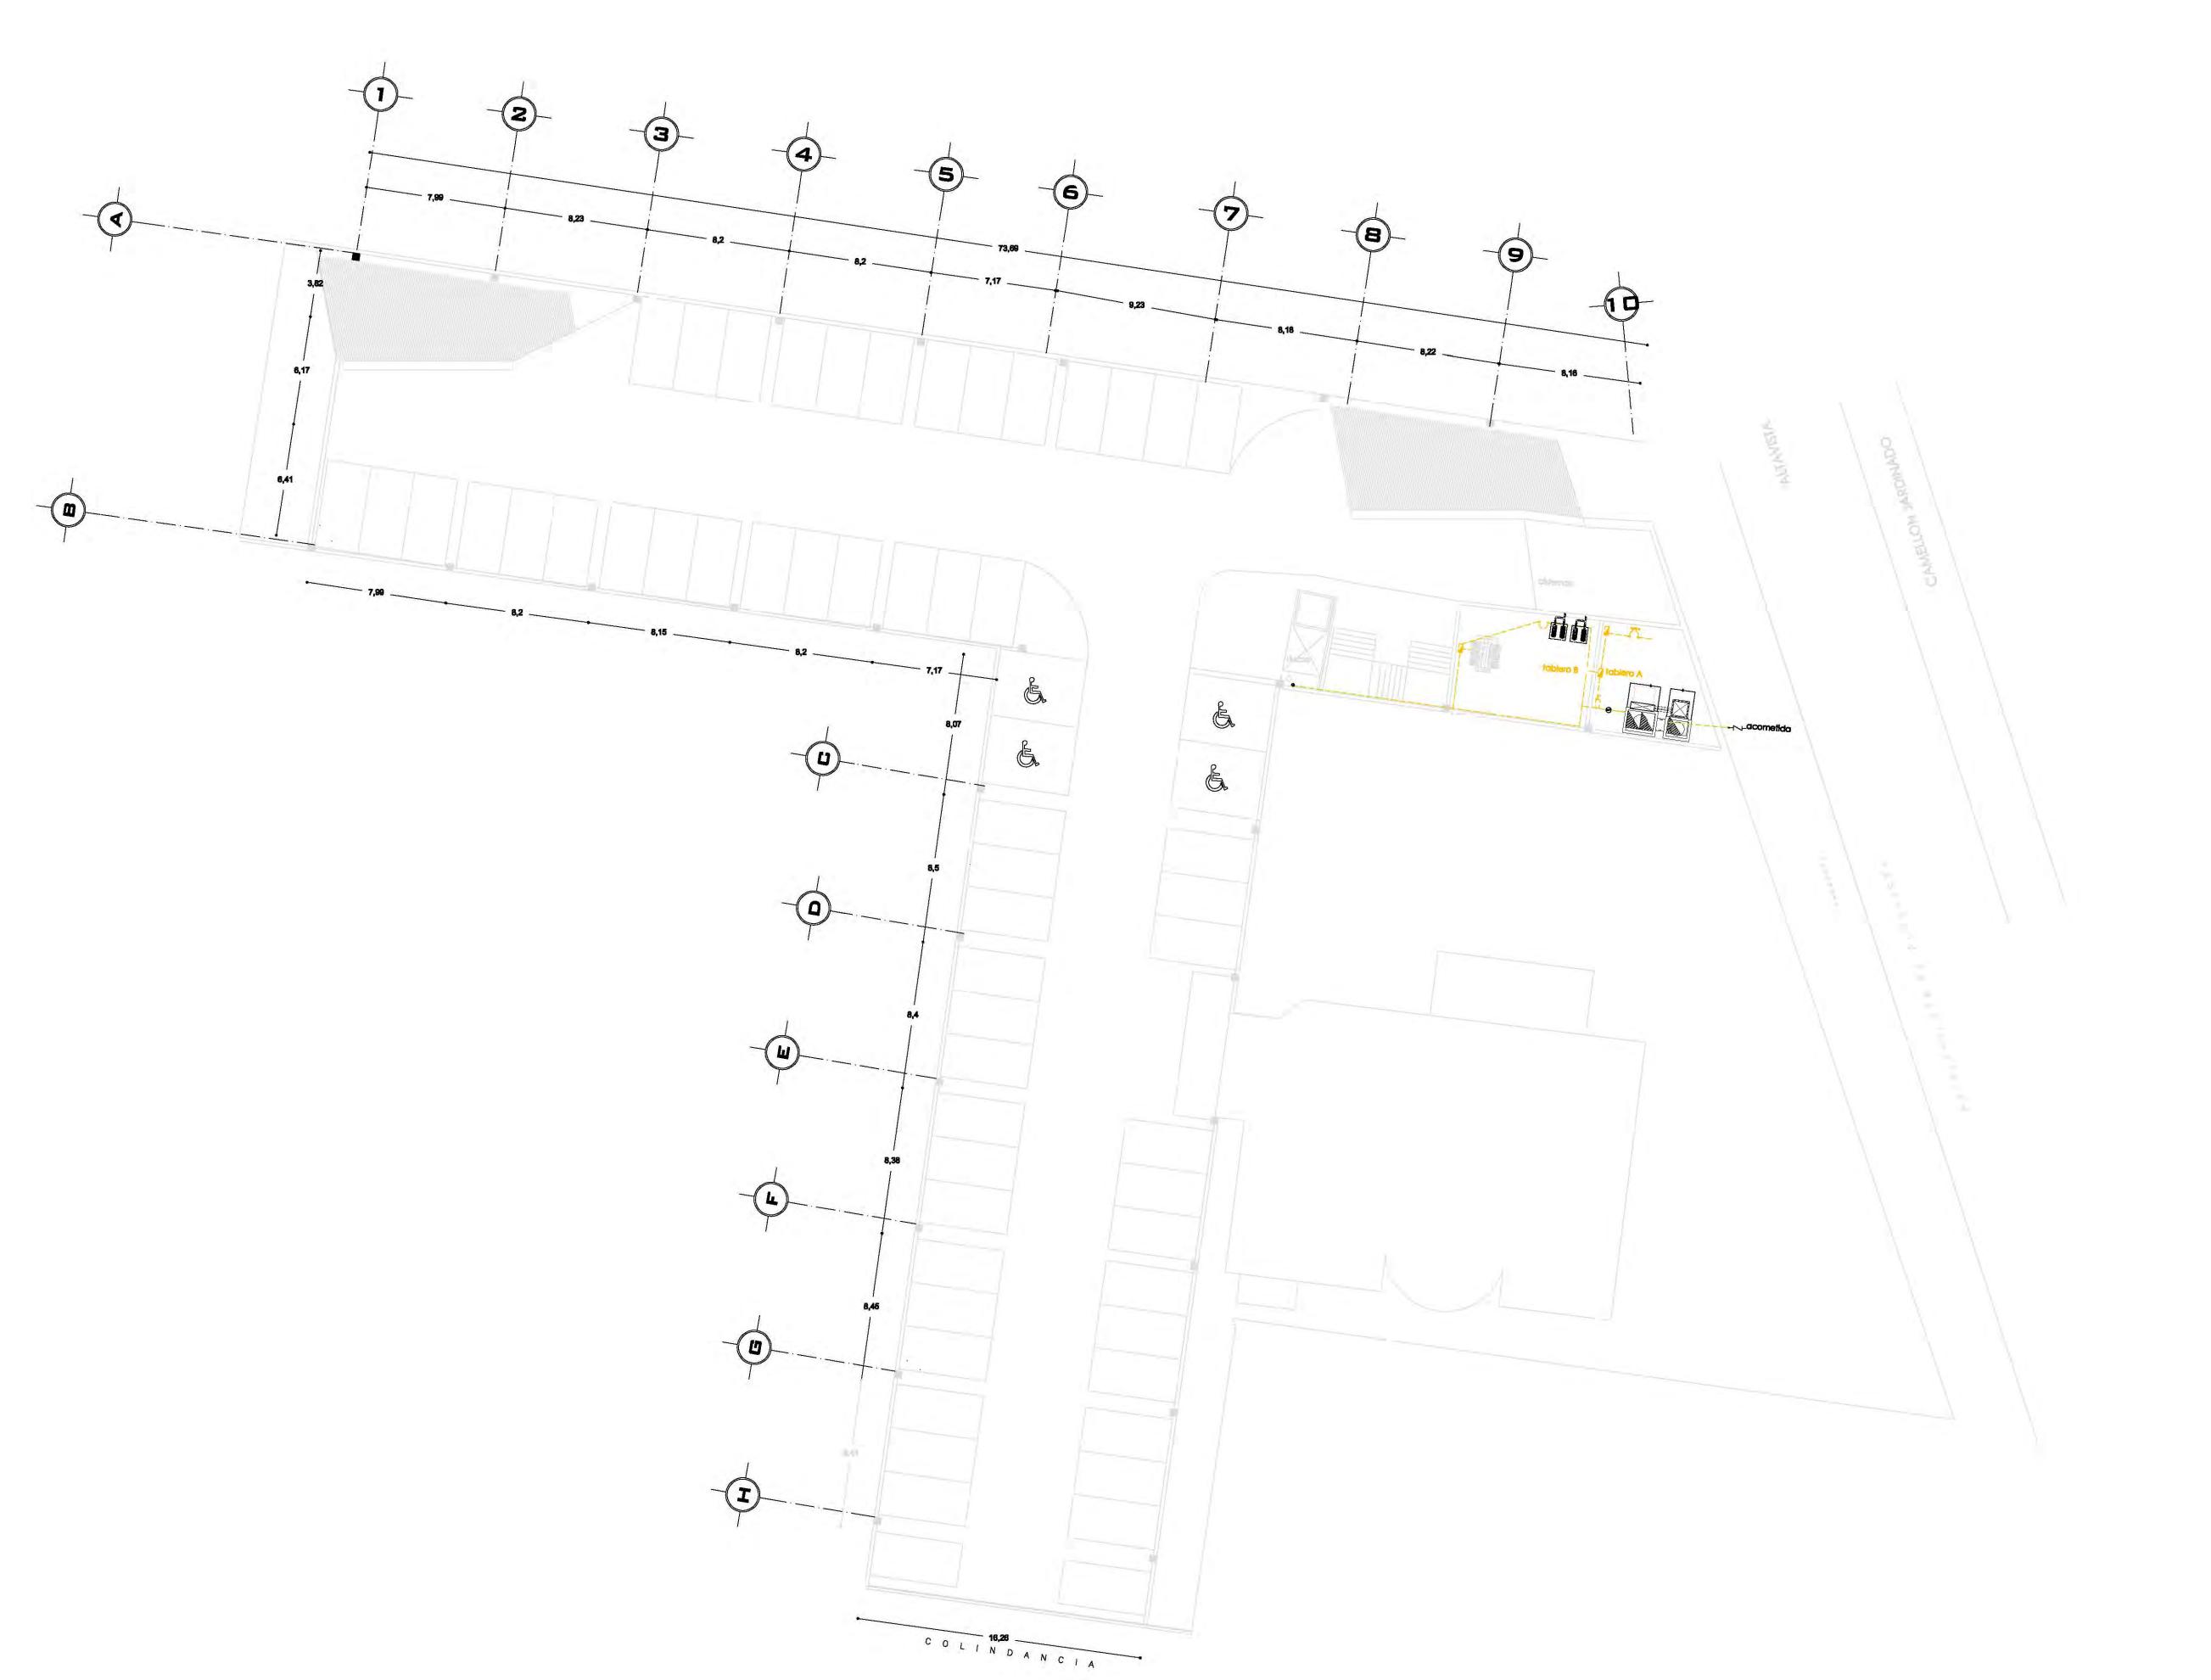




Calzada Desierto de los Leones #43 Col. San Ángel

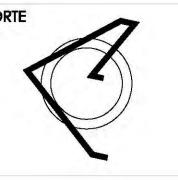

PLANTA ESQUEMÁTICA

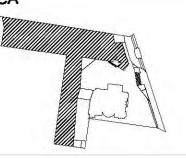

ESCALA GRÁFICA:

SIMBOLOGÍA:

CUADRO DE CARGAS

E			\(\rightarrow \)	0	1		•	0
	240W	240W	100W	SOW	100W	50W	50W	125W
No.		83	21		3	10	47	25
TUTAL	1200	19680	2100	400	300	500	2350	2500
CARGA	26530 CA	REA NAYOR	17 cm	uros				26125

CUADRO DE ÁREAS:

PROYECTO:

CENTRO CULTURAL "JOSÉ LUIS CUEVAS"

UBICACIÓN:

Calzada Desierto de los Leones #43 Col. San Ángel Del. Álvaro Obregón

PLANO: Distribución general de energía eléctrica Sótano

CLAVE:

FECHA: 8 junio,2011 COTAS: metros

SINODALES:

ESCALA: 1:175


DR. ÁLVARO SÁNGHEZ DRA. MÓNICA GEJUDO ARQ. EDUARDO SCHUTTE ARQ. JAVIER SENOSIAIN

PROYECTÓ:


MARCOS SAMUEL MARTÍNEZ ARTEAGA






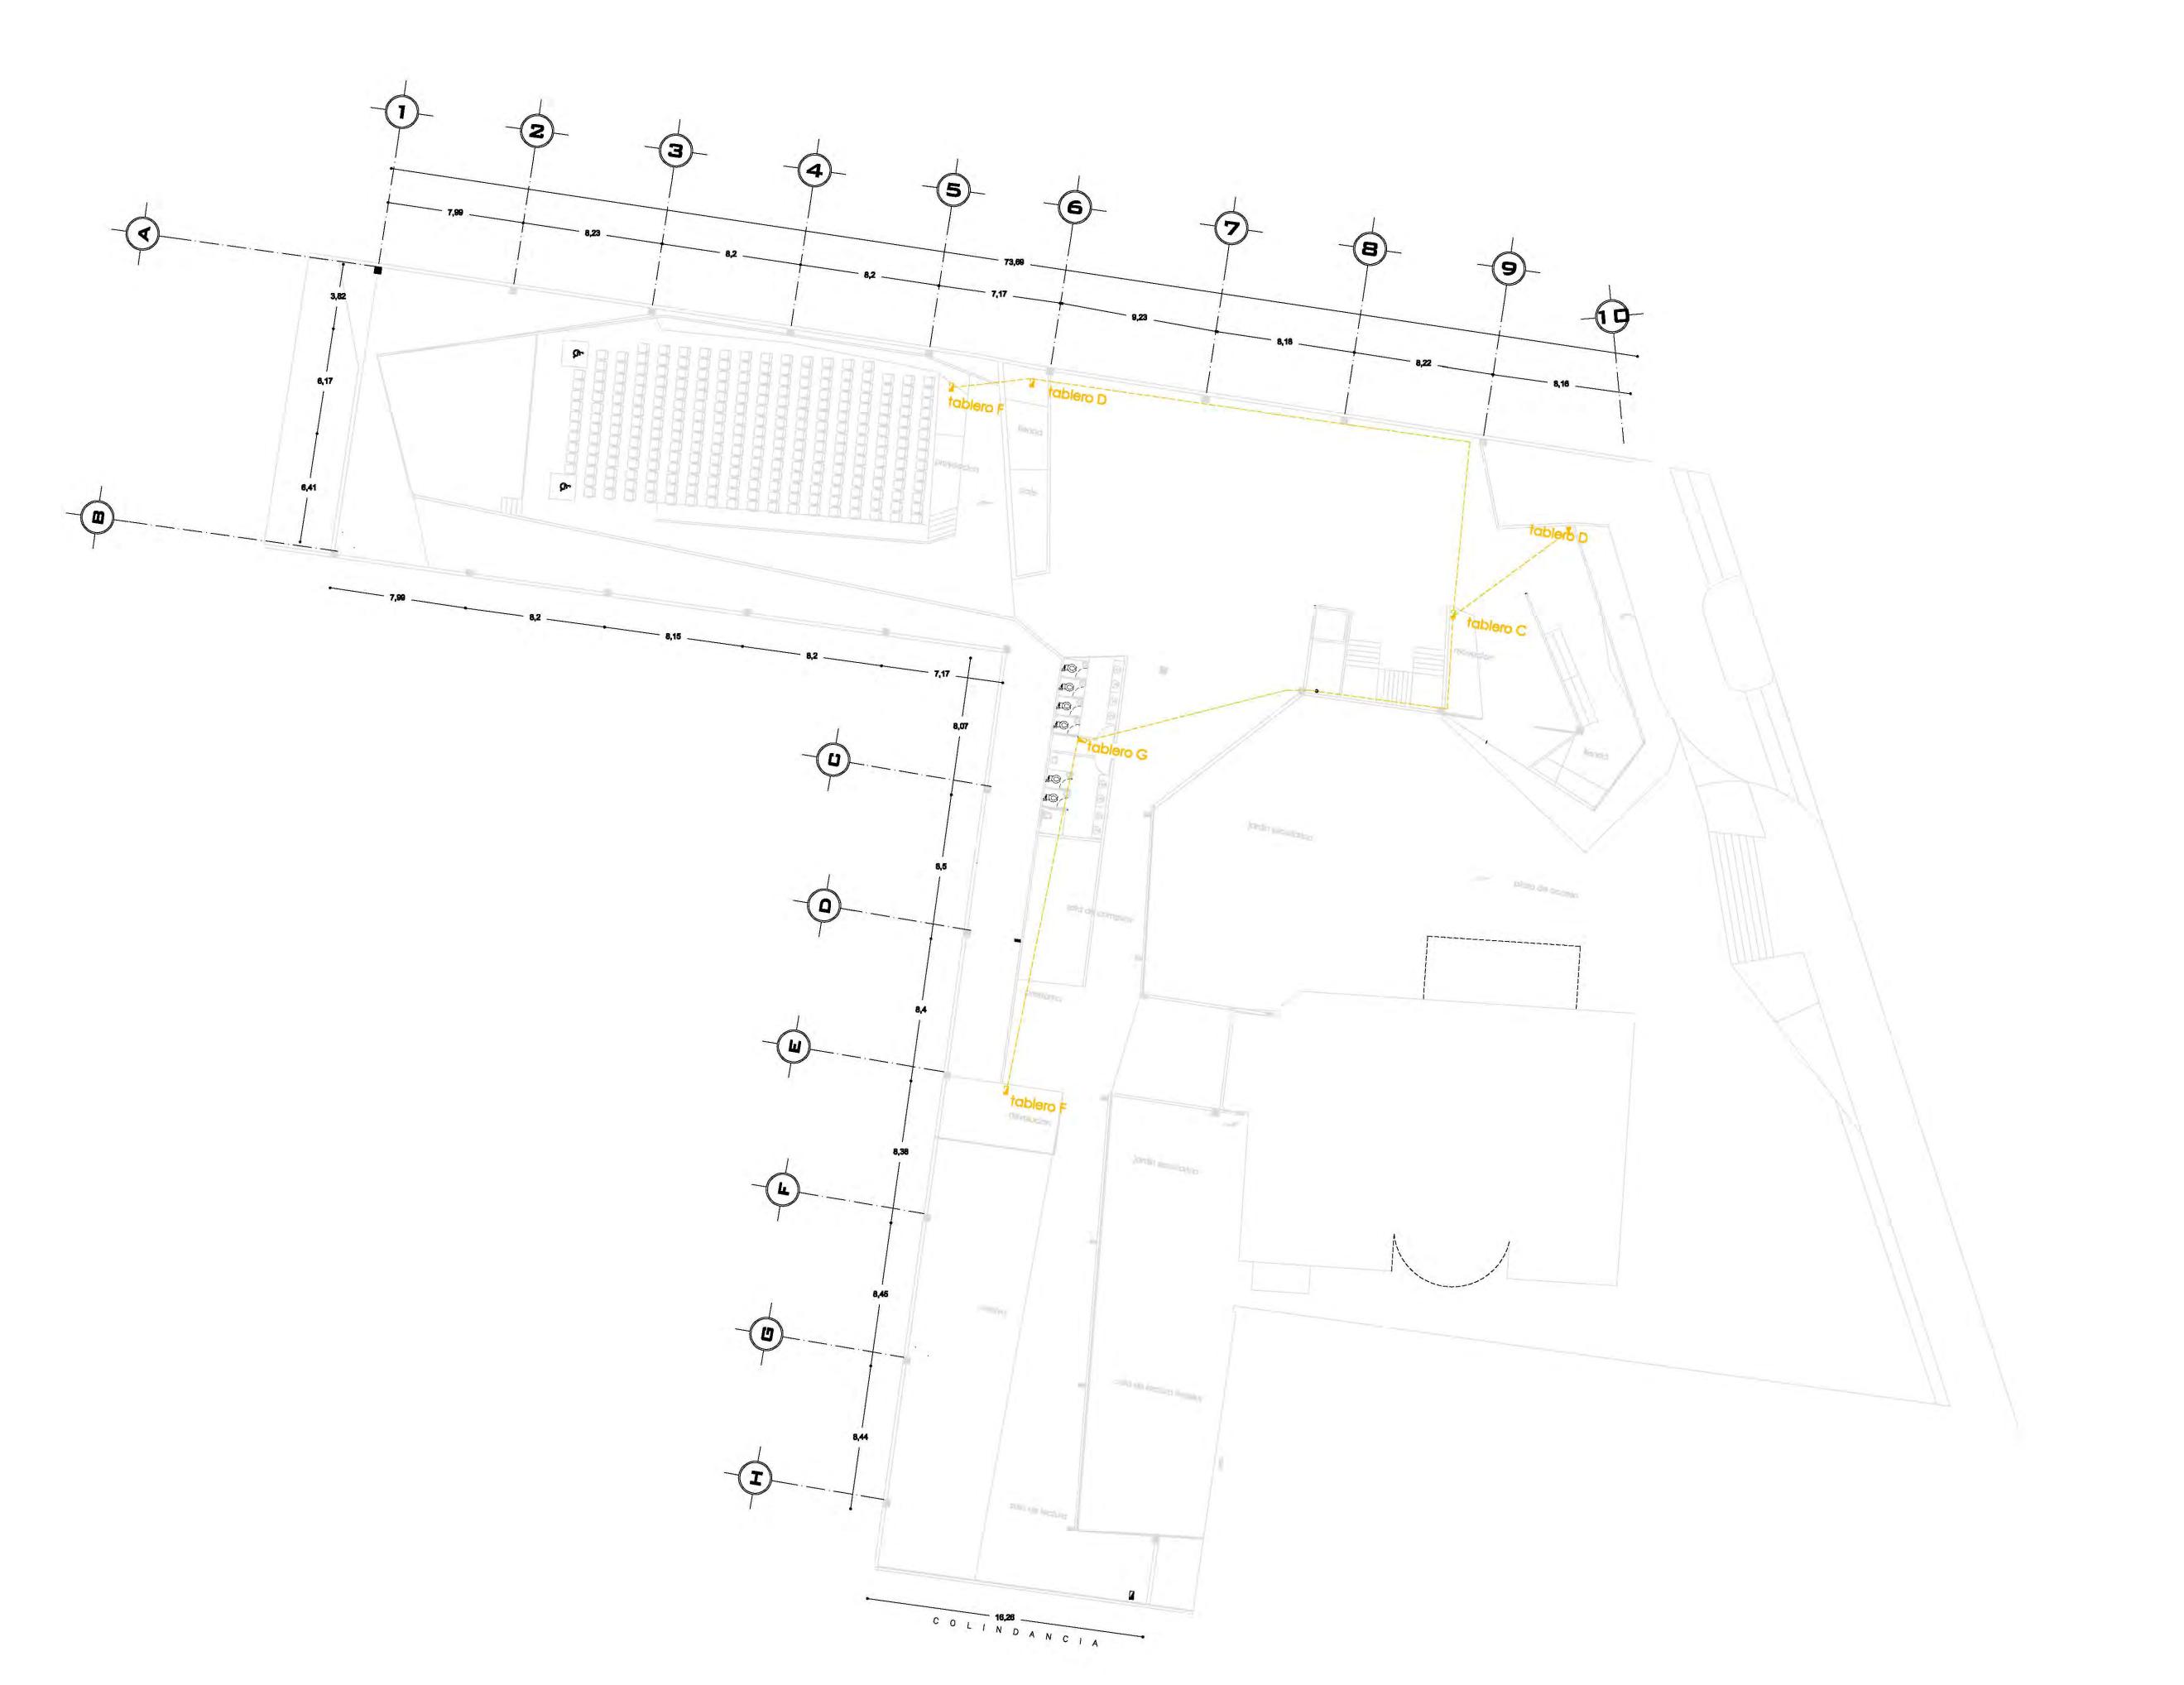



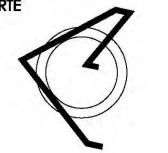

PLANTA ESQUEMÁTICA

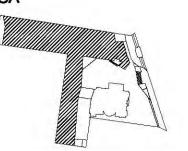

ESCALA GRÁFICA:

SIMBOLOGÍA:

P.T. +/-00.00 INDICA NIVEL DE PIBO TERMINADO
INDICA NIVEL SOBRE LOSA
INDICA NIVEL DE LECHO ALTO DE
INDICA NIVEL DE LECHO BAJO DE
INDICA NIVEL LECHO ALTO

N.C.1. INDICA NIVEL DE CUMBRE
N.C.2. INDICA NIVEL DE CUMBRE
N.P. INDICA NIVEL DE PRETIL
INDICA CAMBIO DE NIVEL
X INDICA CONTE O FACHADI

CUADRO DE CARGAS

			4		HY	0	0	\varnothing
	240W	240W	100W	SOW	100W	50W	50W	125W
No.		82	21	8	3	10	47	28
TUTAL	1200	19650	2100	400	300	500	2350	3500
CARMA	2653U CA	MA NAYOR	17 cm	UITOR			0 10 1	26120

CUADRO DE ÁREAS:

PROYECTO:

CENTRO CULTURAL "JOSÉ LUIS CUEVAS"

UBICACIÓN:

Calzada Desierto de los Leones #43 Col. San Ángel Del. Álvaro Obregón

PLANO:
Distribución general de energía eléctrica planta baja

CLAVE:

COTAS: FECHA: metros 8 junio,2011

SINODALES:

ESCALA: 1:175

DR. ÁLVARO SÁNGHEZ DRA. MÓNICA GEJUDO ARQ. EDUARDO SCHUTTE ARQ. JAVIER SENOSIAIN



PROYECTÓ:











Calzada Desierto de los Leones #43 Col. San Ángel

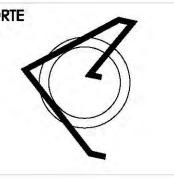

PLANTA ESQUEMÁTICA

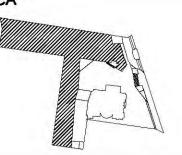

ESCALA GRÁFICA:

SIMBOLOGÍA:

CUADRO DE CARGAS

			\(\rightarrow \)		10		•	Ø
	240W	240W	100W	SOW	100W	50W	50W	125W
No.		82	21		3	10	47	20
TUTAL	1200	19650	2100	400	300	800	2350	2500
CARGA	26530 CAR	BA NAYDR	17 cm	uros				26125

CUADRO DE ÁREAS:

PROYECTO:

CENTRO CULTURAL "JOSÉ LUIS CUEVAS"

UBICACIÓN:

Calzada Desierto de los Leones #43 Col. San Ángel Del. Álvaro Obregón

PLANO:

Distribución general de energía eléctrica planta alta

CLAVE:

COTAS: metros ESCALA: 1:175 FECHA: 8 junio,2011

SINODALES:

DR. ÁLVARO SÁNGHEZ DRA. MÓNICA GEJUDO ARQ. EDUARDO SCHUTTE ARQ. JAVIER SENOSIAIN



PROYECTÓ:

MARCOS SAMUEL MARTÍNEZ ARTEAGA




UNIVERSIDAD NACIONAL AUTONOMA DE MÉXICO FACULTAD DE ARQUITECTURA







PLANTA ESQUEMÁTICA

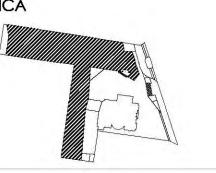


ESCALA GRÁFICA:

SIMBOLOGÍA:

INDICA NIVEL DE LECHO ALTO DE PLAFÓN INDICA NIVEL DE LECHO BAJO DE PLAFÓN INDICA NIVEL LECHO ALTO INDICA NIVEL LECHO BAJO

	SIMBOLOGIA	SIME	BOLOGÍA HIDROSANITARIA
-	LINEA AGUA FRIA		15
	LINEA AGUA CALIENTE		Linea de egua tria
- 14	SALIDA AGUA FRIA		Linee de agua caliente
-4	SALIDA AGUA CALIENTE		for comme
CAF	COLUMNA AGUA FRIA		
CAC	COLUMNA AGUA CALIENTE		the second
	CALENTADOR DE AGUA	- 00-	Oroca .
-	CUADRO DE TOMA DOMICILIARIA	- 2	Laylor record
1	VALVULA DE PASO		
-	LLAVE DE JARDIN	(0)	Californic
		S.A.T.	Sube agua a tanque elevado
		V.D.T.	Viena de la toma
		CAF	Columna de egual fris
		C.A.C.	Columna de agua caliente
		SAN. TOUS	Bajada da Aguas Negras
		LL THE	Brainch du Aguns Unbonicoles
		- 3	Omerr
		1	on- Irpn-muh 10) nm
		E.35	Samuel and Samuel State of the Samuel State of
			7/349/ Grpc (armit do 150 po
		[e	Published San Co.
		_	

CUADRO DE ÁREAS:

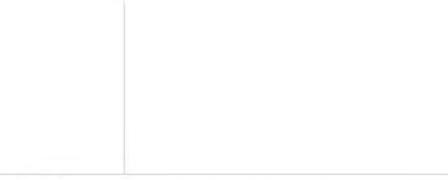

PROYECTO:

CENTRO CULTURAL "JOSÉ LUIS CUEVAS"

UBICACIÓN:

Calzada Desierto de los Leones #43 Col. San Ángel Del. Álvaro Obregón

PLANO: Red de distribución hidráulica planta baja

CLAVE:

COTAS: FECHA: metros 8 junio,2011 ESCALA: 1:175

SINODALES:

DR. ÁLVARO BÁNGHEZ DRA. MÓNICA CEJUDO ARQ. EDUARDO BOHUTTE ARQ. JAVIER SENDSIAIN



PROYECTÓ:


MARCOS SAMUEL MARTÍNEZ ARTEAGA










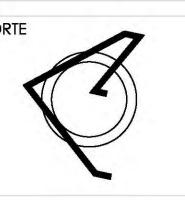

PLANTA ESQUEMÁTICA

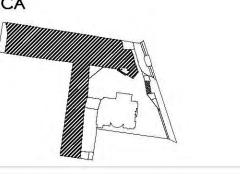

ESCALA GRÁFICA:


SIMBOLOGÍA:

₩ N.P.T. +/-00.00	INDICA NIVEL DE PISO TERMINAL
N.S.L.	INDICA NIVEL SOBRE LOSA
N.L.A.P.	INDICA NIVEL DE LECHO ALTO DI
N.L.B.P.	INDICA NIVEL DE LECHO BAJO DE
N.L.A.	INDICA NIVEL LECHO ALTO

N.C.2.	INDICA NIVEL DE CUMBRER
N.P.	INDICA NIVEL DE PRETIL
- 	INDICA CAMBIO DE NIVEL
<u>x</u> x	INDICA CORTE O FACHADA
BAP.	INDICA BAJADA DE AGUA P

	SIMBOLOGIA	SIME	BOLOGÍA HIDROSANITARIA
	LINEA AGUA FRIA		W. C. C. W.
	LINEA AGUA CALIENTE		Linea de egua tria
-	SALIDA AGUA FRIA		Linee de ague caliente
-1	SALIDA AGUA CALIENTE		No. of the last of
CAF	COLUMNA AGUA FRIA		
GAC	COLUMNA AGUA CALIENTE		
	CALENTADOR DE AGUA	- 00	Organ
-	CUADRO DE TOMA DOMICILLARIA	2	Landstructure
a	VALVULA DE PASO		Cartornogone
	LLAVE DE JARDIN	(0)	California
		S.A.T.	Sube agua a tanque elevado
		V.D.T.	Viene de la toma
		CAF	Columns dis equal fris
		C.A.C.	Columna de agua callente
		EVAN, 1008	Bejarte de Aguas Negras
		NA TON	Зания из Адили Деропройн
		- 03	Linear
		1.3	and Inprovention 100mm
			Section of District
		8.118-	
		E. 3-	See appointed Symp

CUADRO DE ÁREAS:

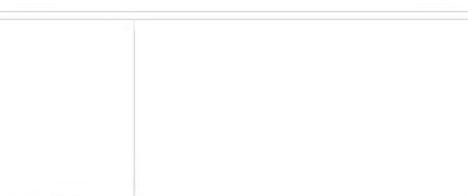

PROYECTO:

CENTRO CULTURAL "JOSÉ LUIS CUEVAS"

UBICACIÓN:

Calzada Desierto de los Leones #43 Col. San Ángel Del. Álvaro Obregón

PLANO: Plano estructural planta baja

FECHA: 8 junio,2011 ESCALA: 1:175 COTAS: metros



CLAVE:

SINODALES:

DR. ÁLVARO SÁNCHEZ DRA. MÓNICA CEJUDO ARQ. EDUARDO SCHUTTE ARQ. JAVIER SENOSIAIN




PROYECTÓ:


MARCOS SAMUEL MARTÍNEZ ARTEAGA








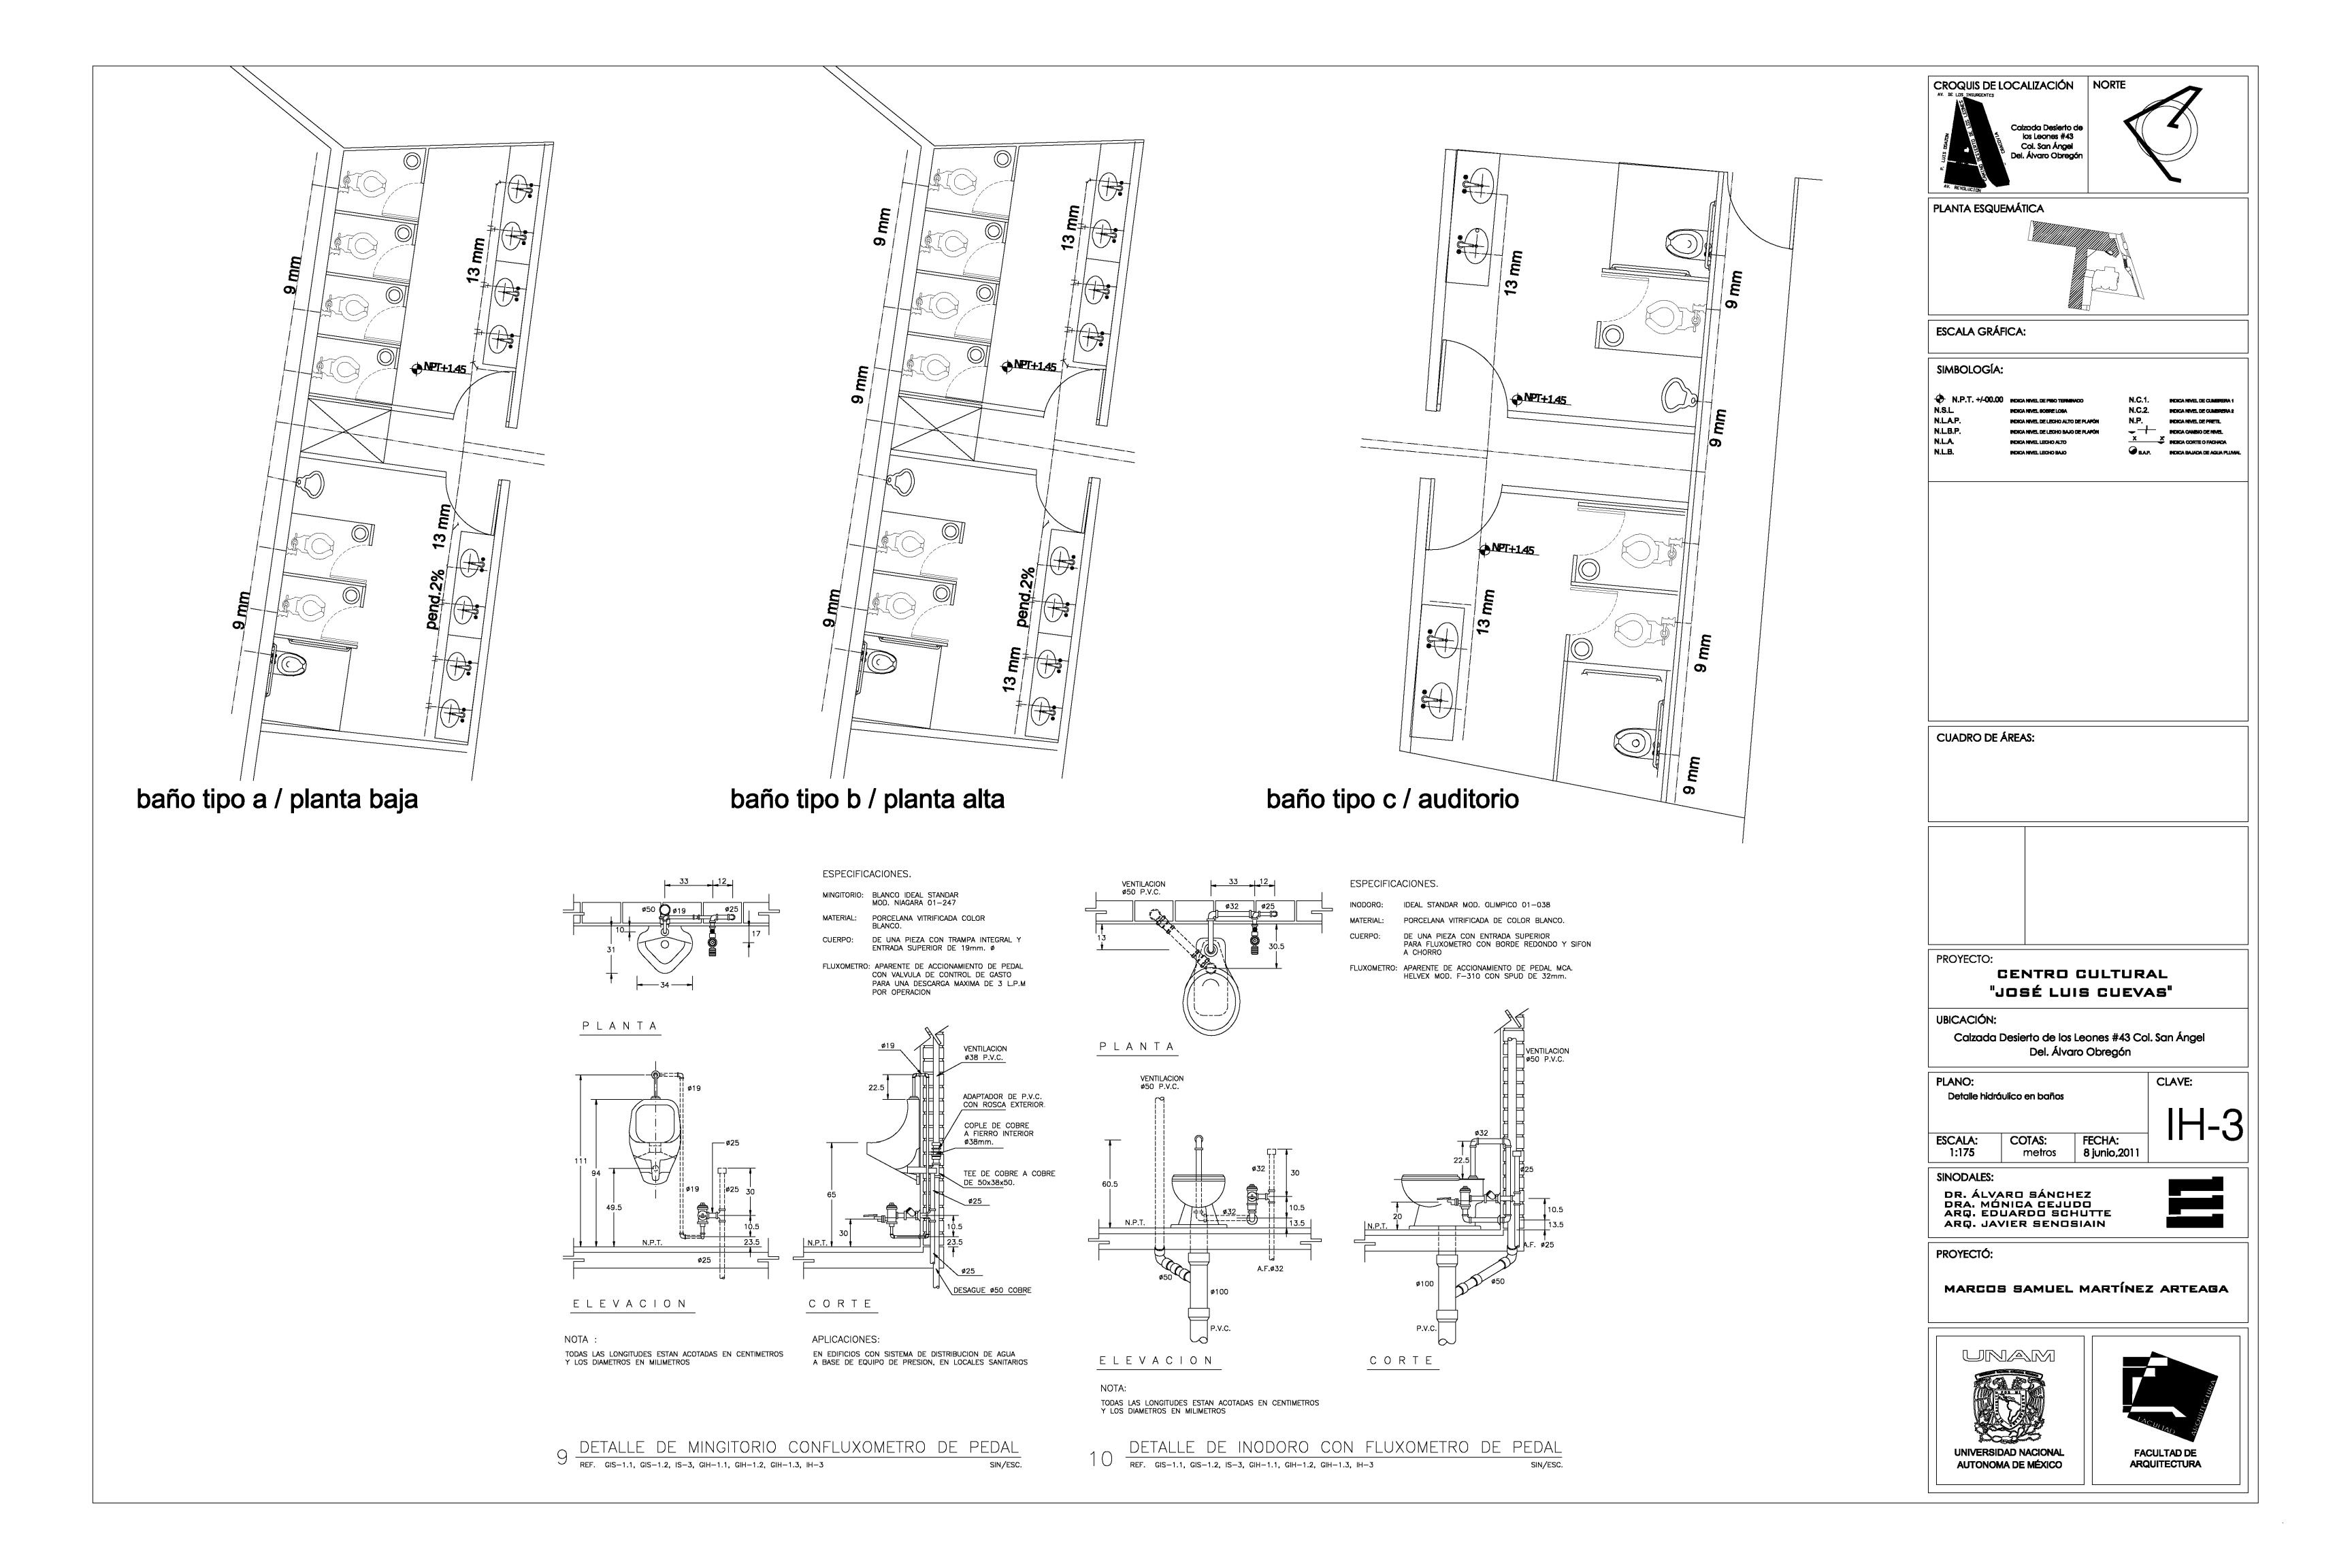

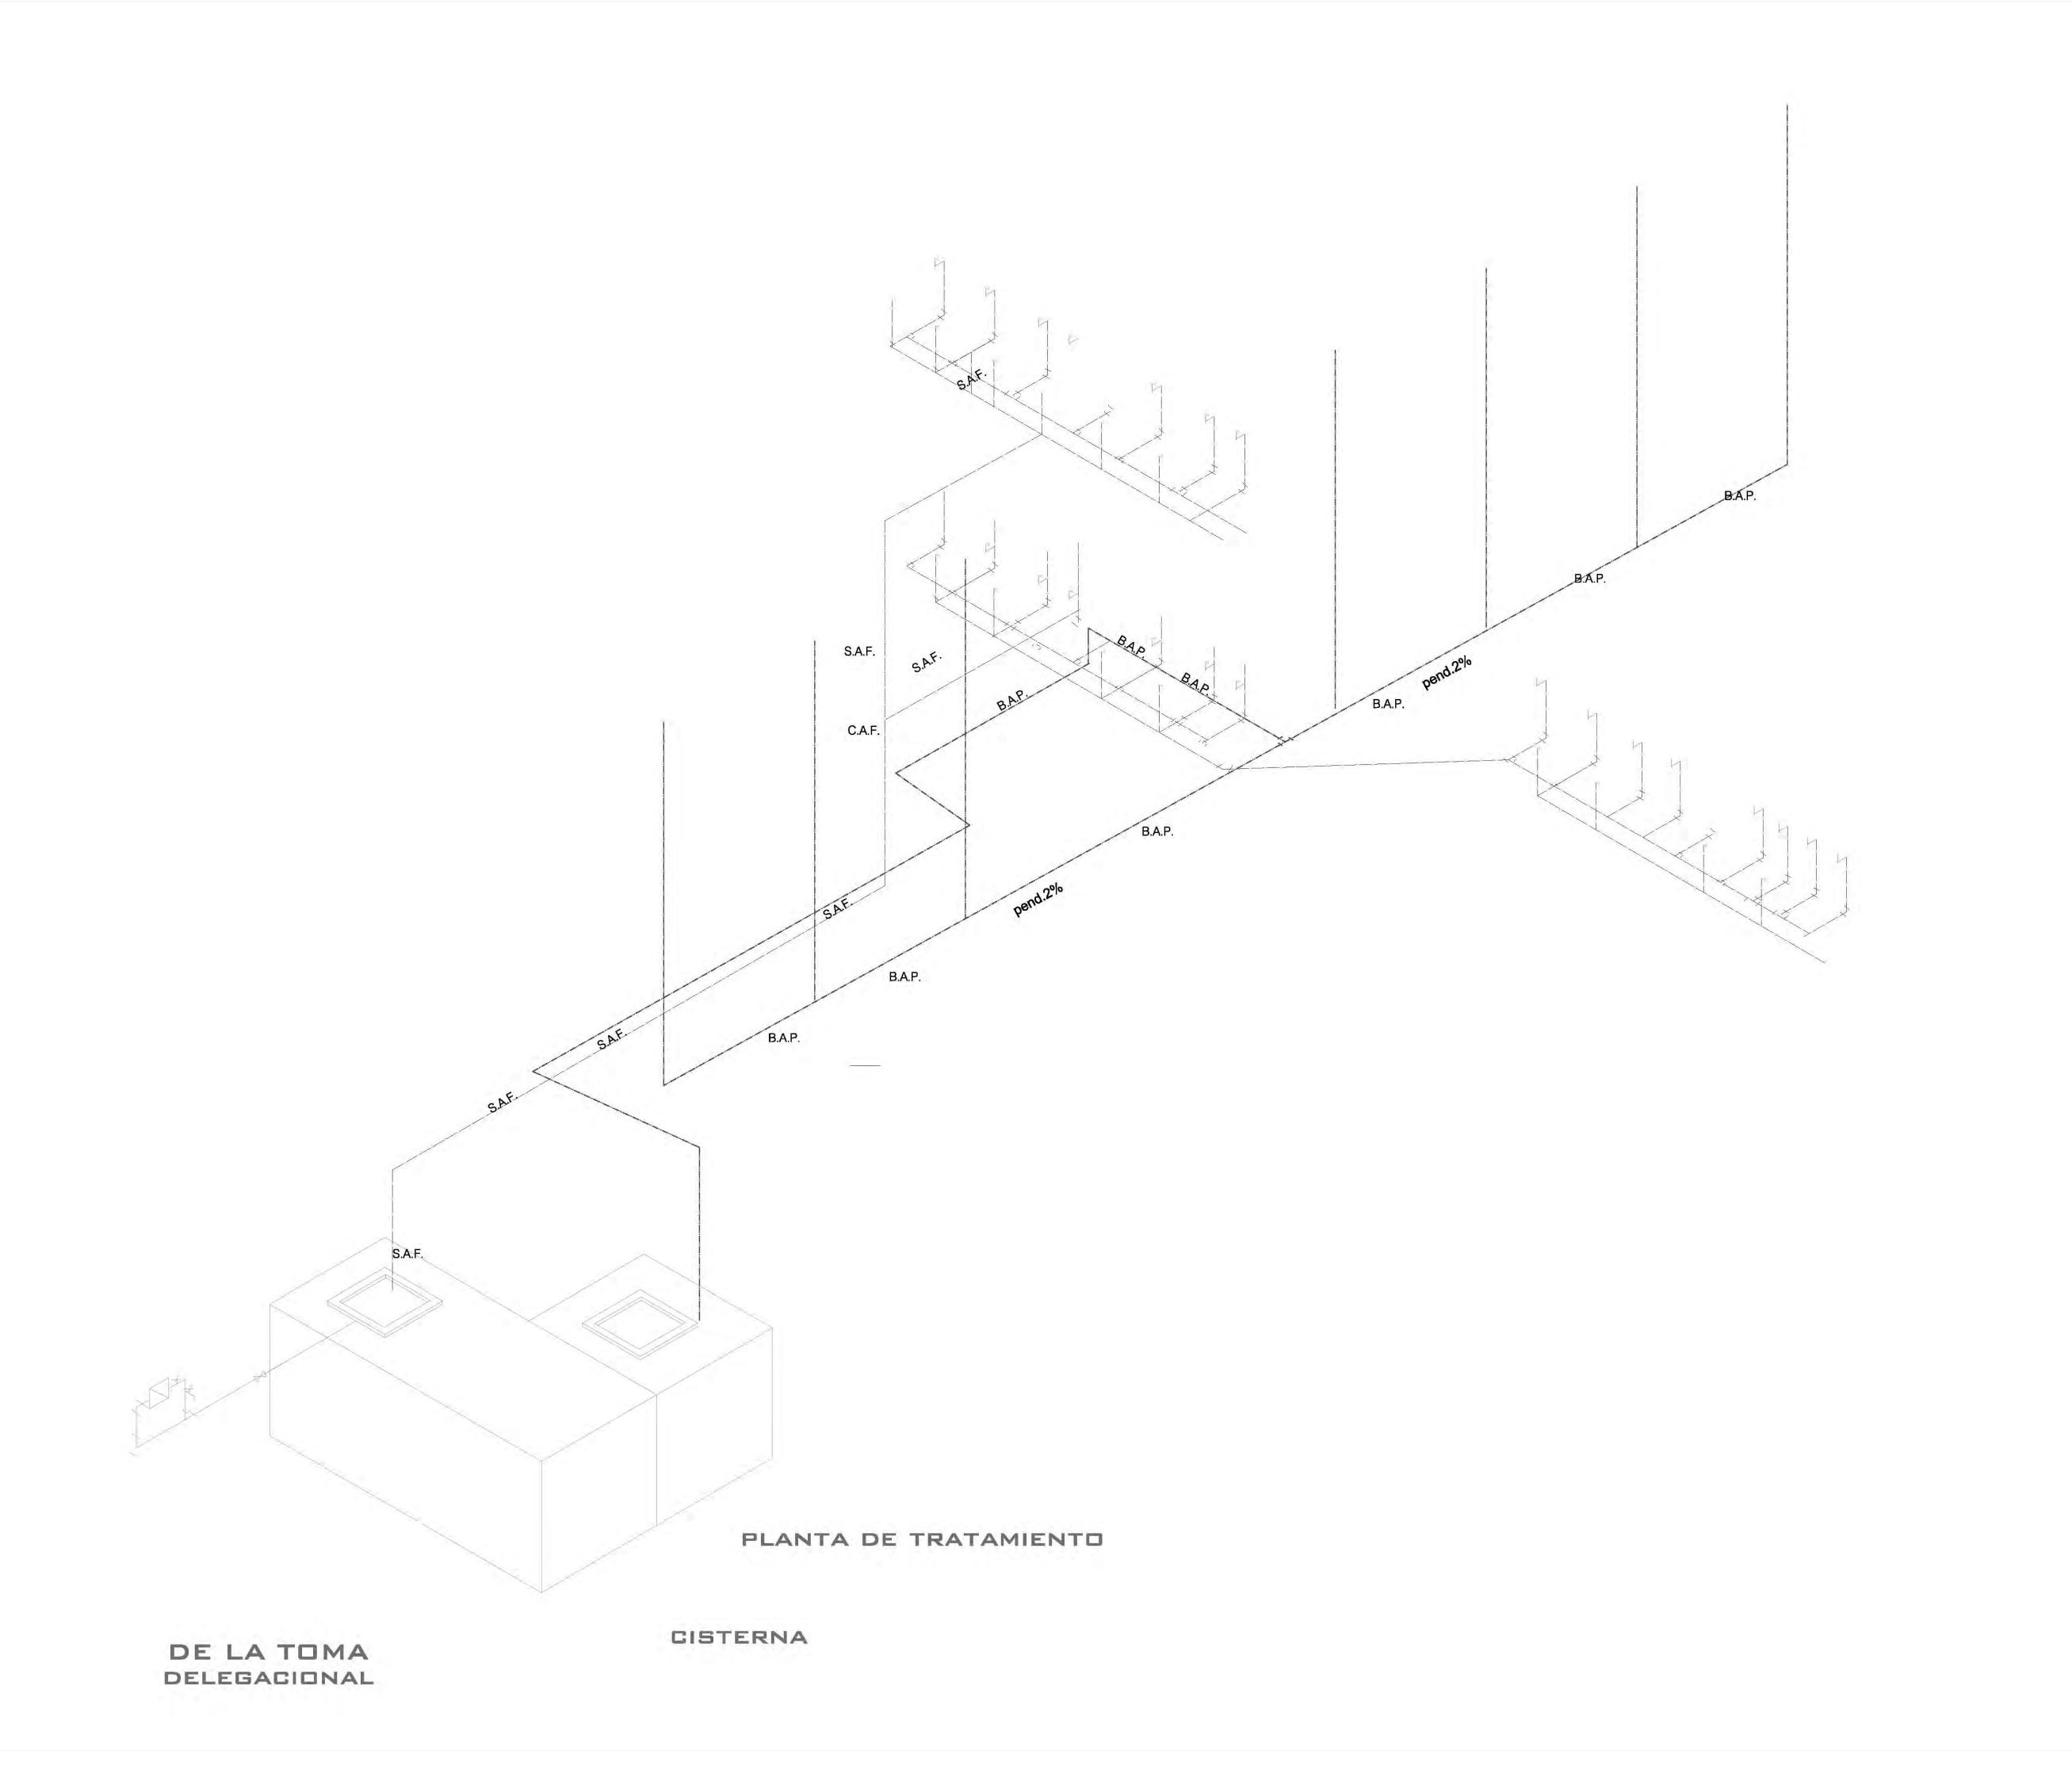


CROQUIS DE LOCALIZACIÓN NORTE

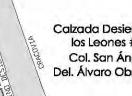

Calzada Desierto de los Leones #43 Col. San Ángel Del. Álvaro Obregón

PLANTA ESQUEMÁTICA

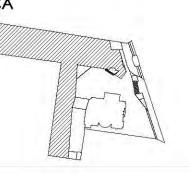

ESCALA GRÁFICA:

SIMBOLOGÍA:

INDICA NIVEL DE LECHO ALTO DE PLAFÓN N.L.B.P. INDICA NIVEL DE LECHO BAJO DE PLAFÓN N.L.A. INDICA NIVEL LECHO ALTO INDICA NIVEL LECHO BAJO

INDICA CORTE O FACHADA

CUADRO DE ÁREAS:

PROYECTO:

CENTRO CULTURAL "JOSÉ LUIS CUEVAS"

UBICACIÓN:

Calzada Desierto de los Leones #43 Col. San Ángel Del. Álvaro Obregón

PLANO:

Isométrico de instalación hidráulica

CLAVE:

FECHA: 8 junio,2011 ESCALA: 1:175 COTAS: metros

SINODALES:


DR. ÁLVARO SÁNCHEZ DRA. MÓNICA CEJUDO ARQ. EDUARDO SCHUTTE ARQ. JAVIER SENOSIAIN





PROYECTÓ:







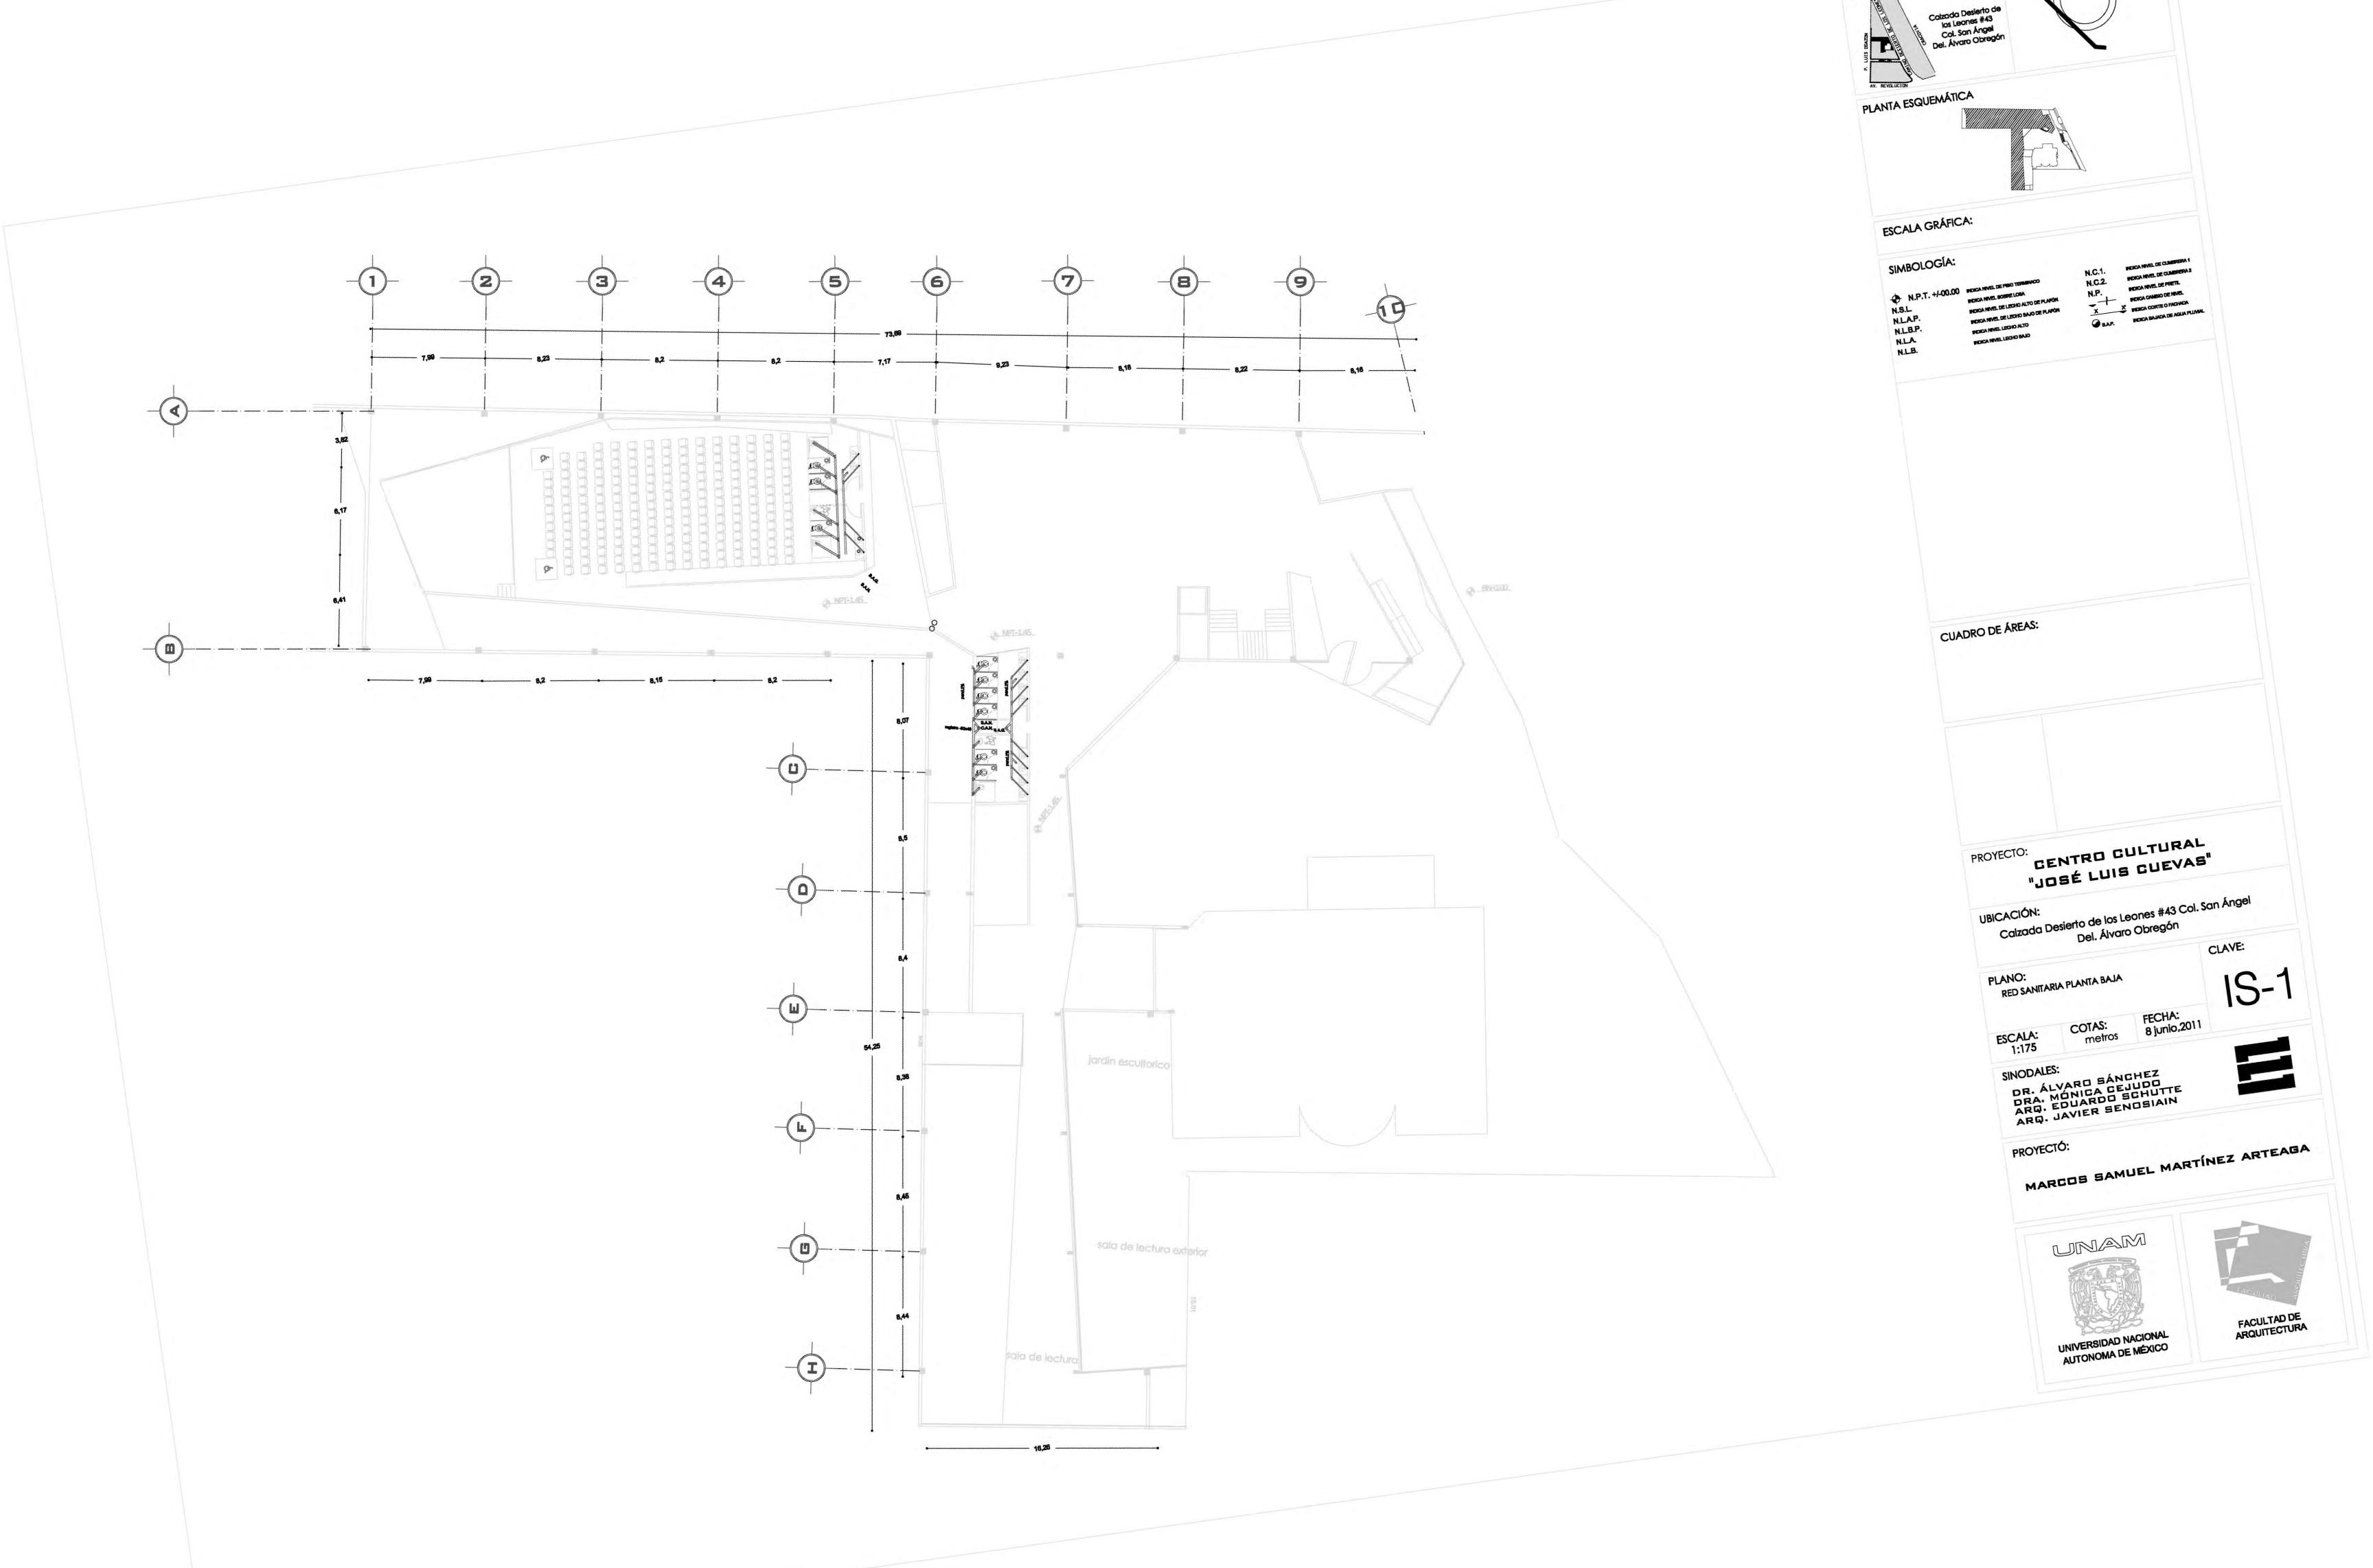


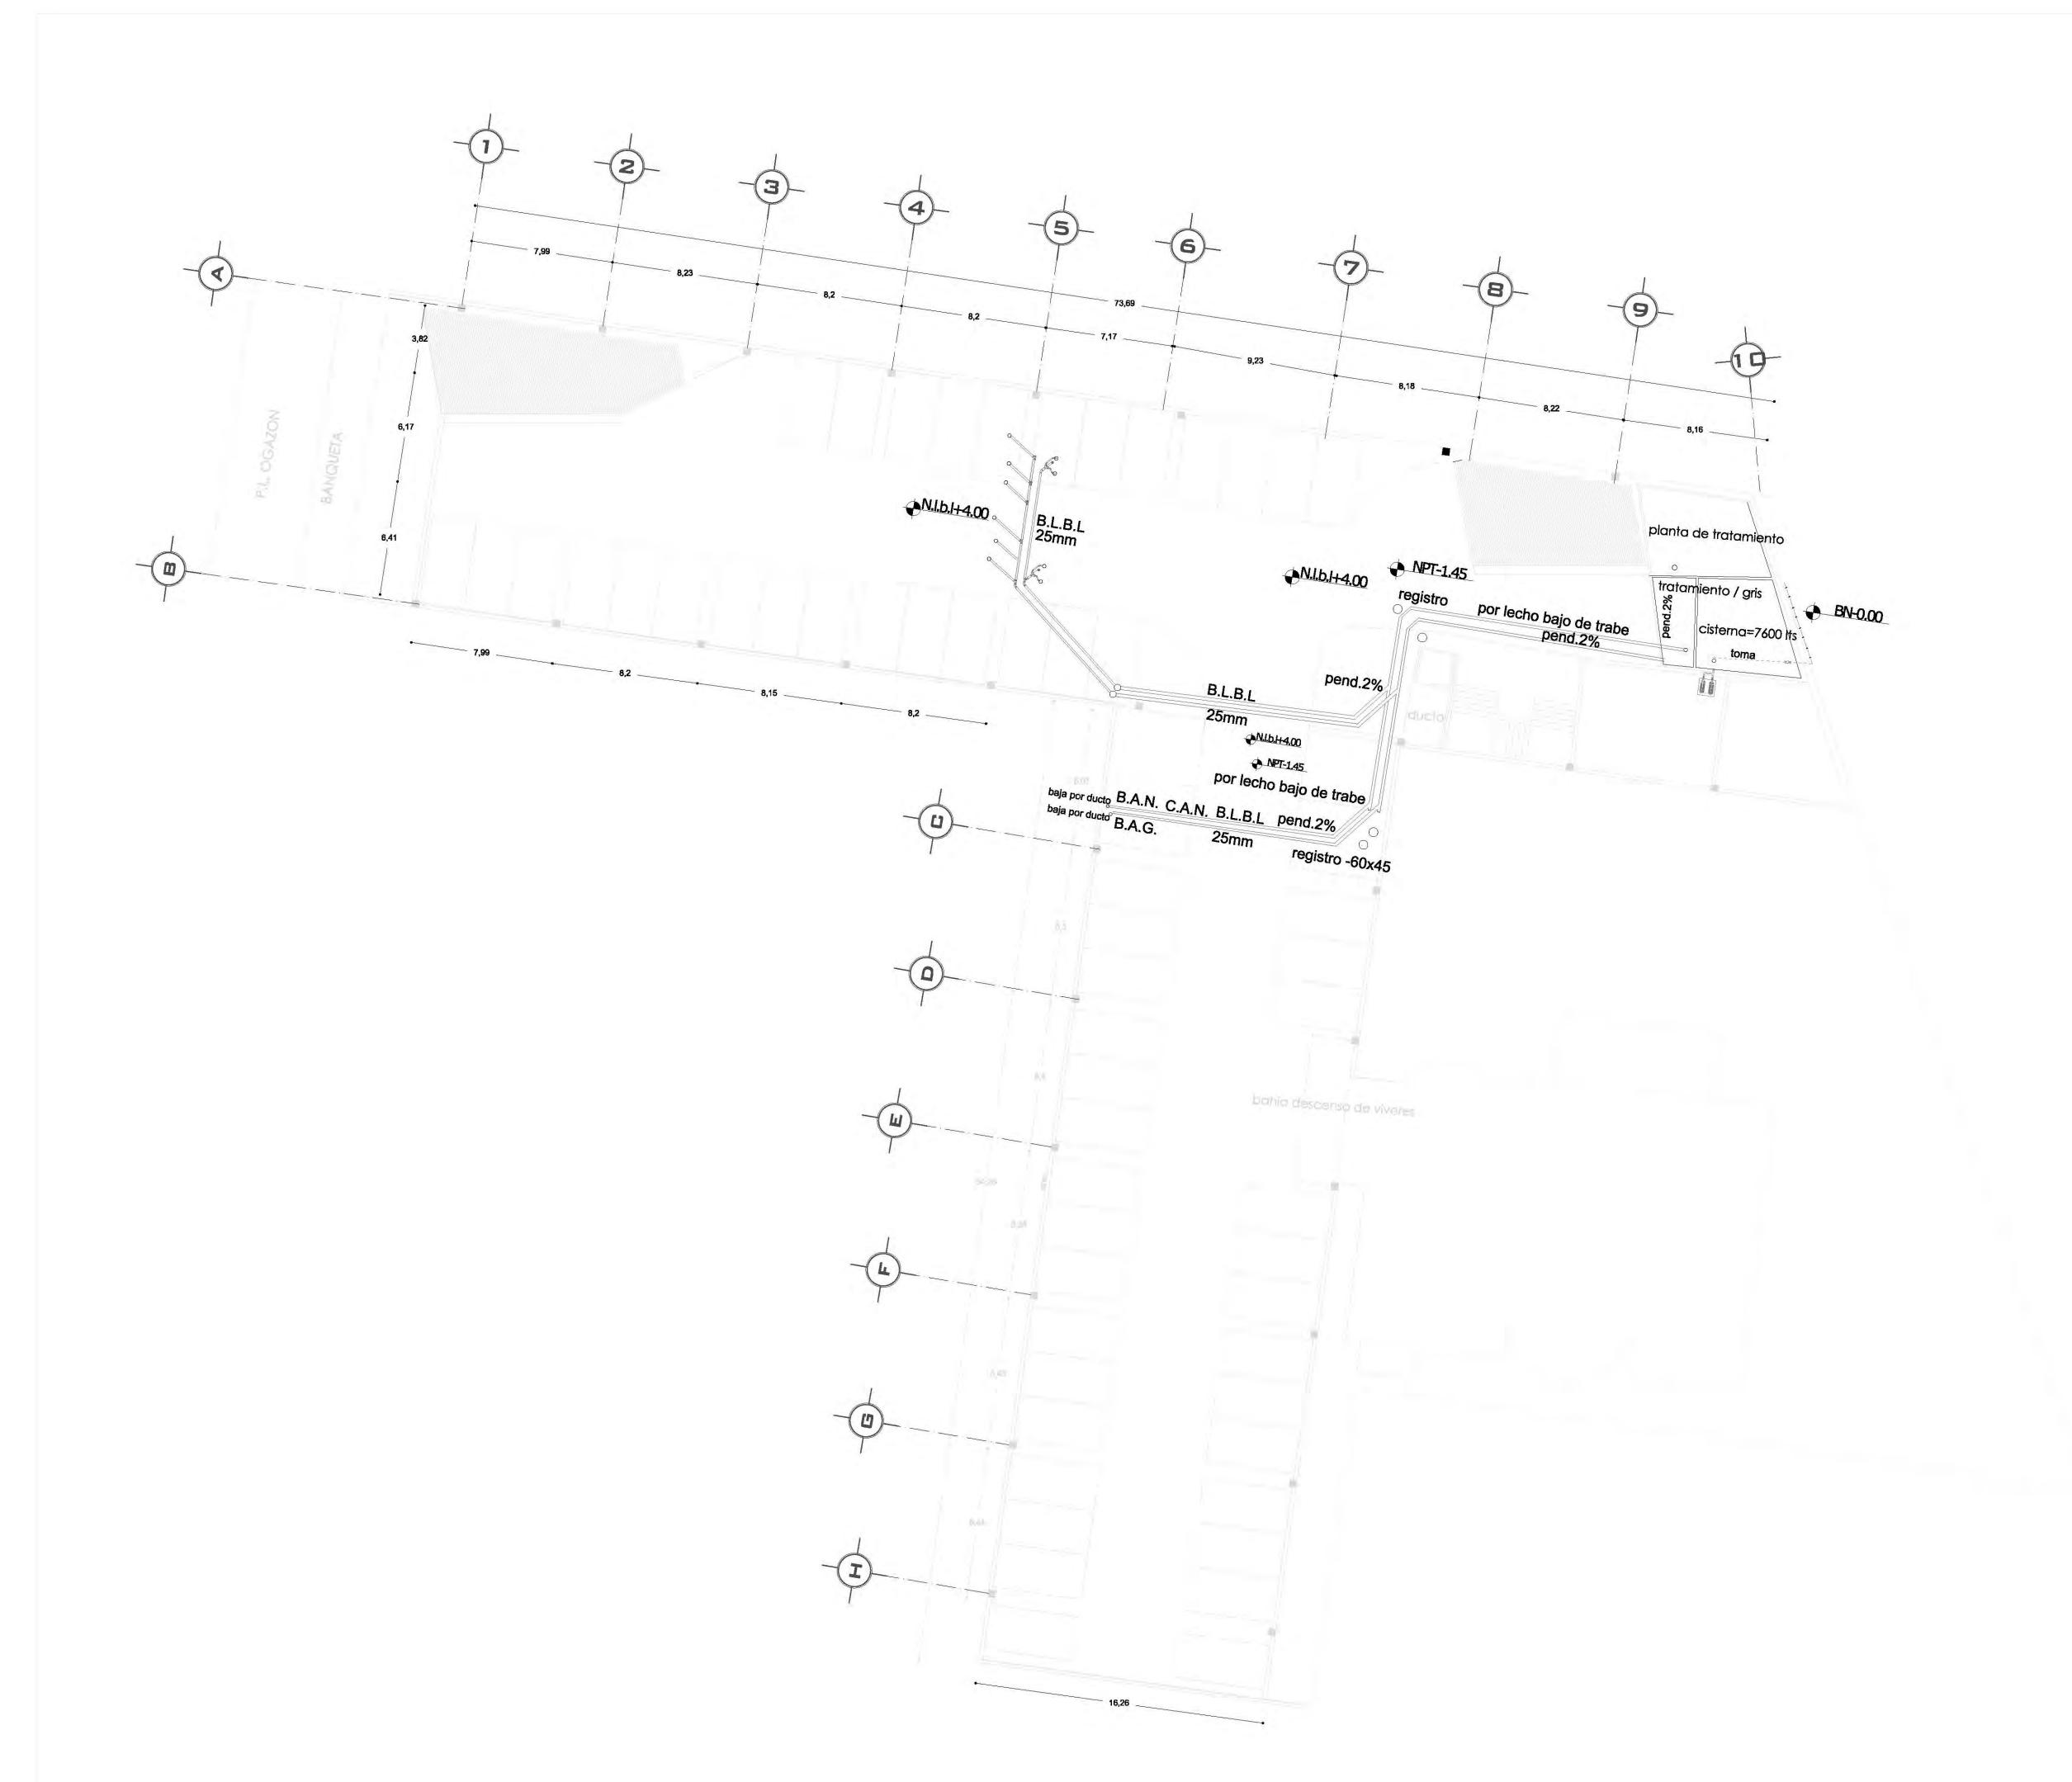

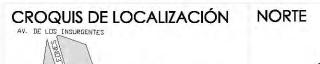


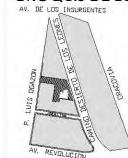

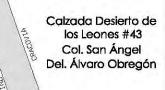

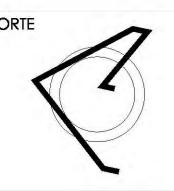

PLANTA ESQUEMÁTICA

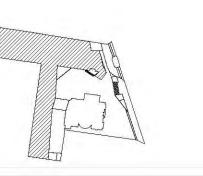


ESCALA GRÁFICA:

SIMBOLOGÍA:

	INDIGITIES DE 1 IDO 1 ET ENITO DO		INDICATION DE COMBI
S.L.	INDICA NIVEL SOBRE LOSA	N.C.2.	INDICA NIVEL DE CUMBI
L.A.P.	INDICA NIVEL DE LECHO ALTO DE PLAFÓN	N.P.	INDICA NIVEL DE PRETIL
L.B.P.	INDICA NIVEL DE LECHO BAJO DE PLAFÓN		INDICA CAMBIO DE NIVE
L.A.	INDICA NIVEL LECHO ALTO	X X	INDICA CORTE O FACHA
L.B.	INDICA NIVEL LECHO BAJO	BAP.	INDICA BAJADA DE AGU

CUADRO DE ÁREAS:

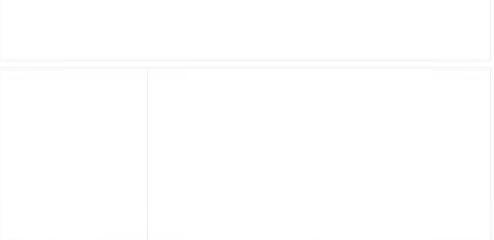

PROYECTO:

CENTRO CULTURAL "JOSÉ LUIS CUEVAS"

UBICACIÓN:

Calzada Desierto de los Leones #43 Col. San Ángel Del. Álvaro Obregón

PLANO: Red sanitaria sótano CLAVE:

FECHA: 8 junio,2011

ESCALA: 1:175 metros SINODALES:

DR. ÁLVARO SÁNCHEZ DRA. MÓNICA CEJUDO ARQ. EDUARDO SCHUTTE ARQ. JAVIER SENOSIAIN

COTAS:





PROYECTÓ:






UNIVERSIDAD NACIONAL AUTONOMA DE MÉXICO

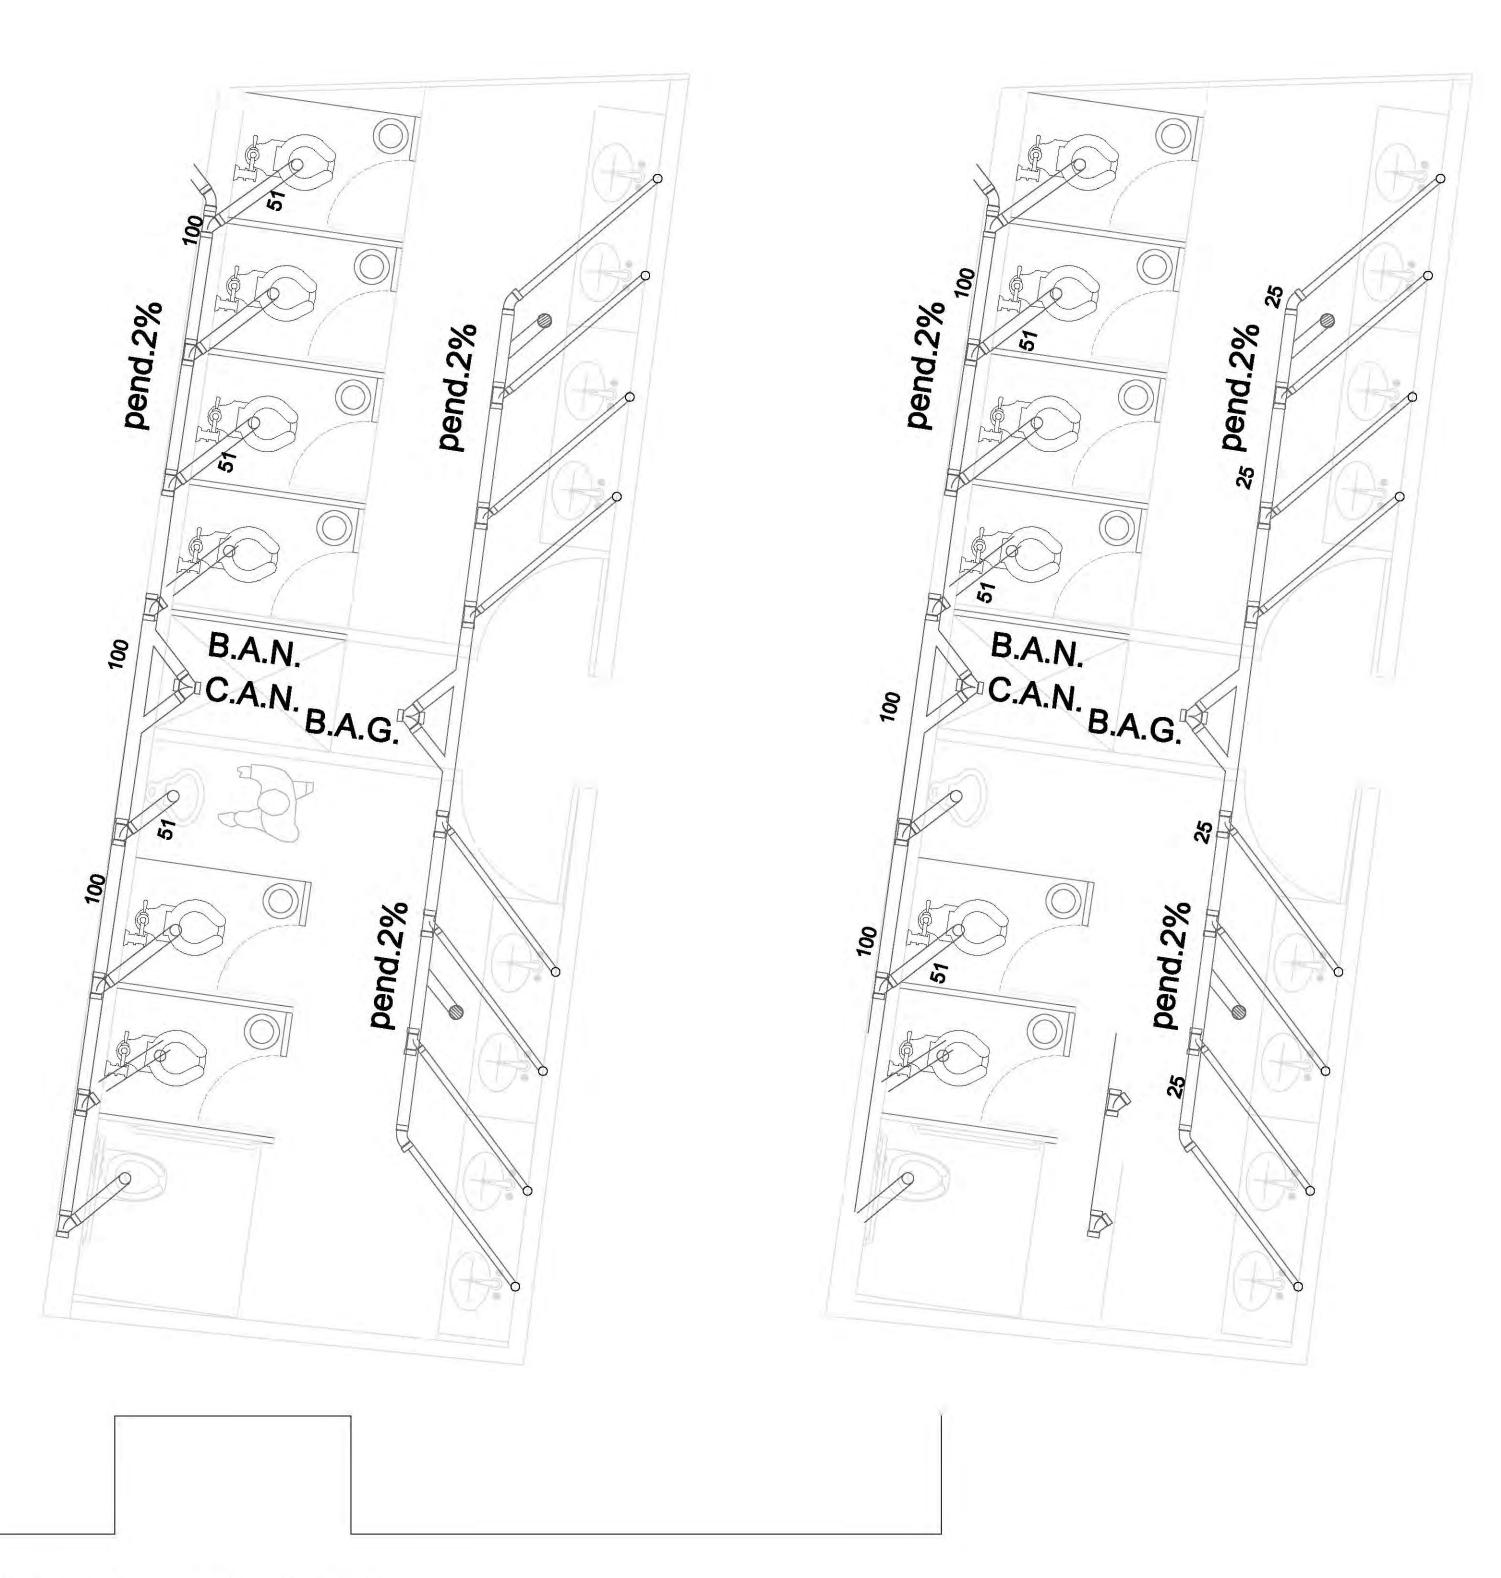

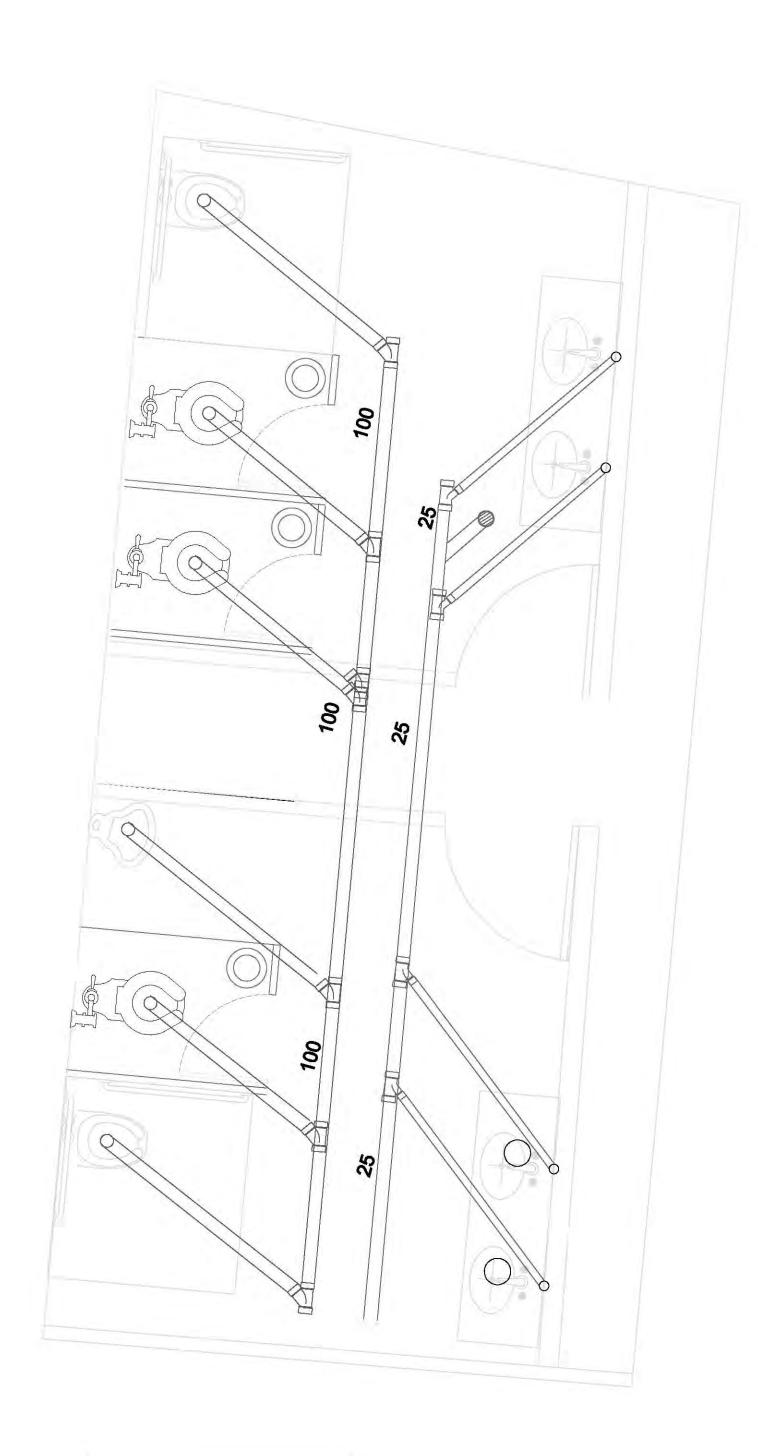

CROQUIS DE LOCALIZACIÓN NORTE Calzada Desierto de los Leones #43 Col. San Ángel Del. Álvaro Obregón

PLANTA ESQUEMÁTICA

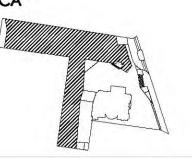

ESCALA GRÁFICA:

SIMBOLOGÍA:

N.L.A.P. N.L.B.P. N.L.A. N.L.B.

CUADRO DE ÁREAS:

PROYECTO:

CENTRO CULTURAL "JOSÉ LUIS CUEVAS"

UBICACIÓN:

Calzada Desierto de los Leones #43 Col. San Ángel Del. Álvaro Obregón

PLANO: Detalle baños / sanitaria

FECHA: 8 junio,2011

CLAVE:

IS-3

SINODALES:

ESCALA: 1:175

DR. ÁLVARO SÁNGHEZ DRA. MÓNICA GEJUDO ARQ. EDUARDO SCHUTTE ARQ. JAVIER SENOSIAIN

COTAS: metros

PROYECTÓ:


MARCOS SAMUEL MARTÍNEZ ARTEAGA






baño tipo a /planta baja




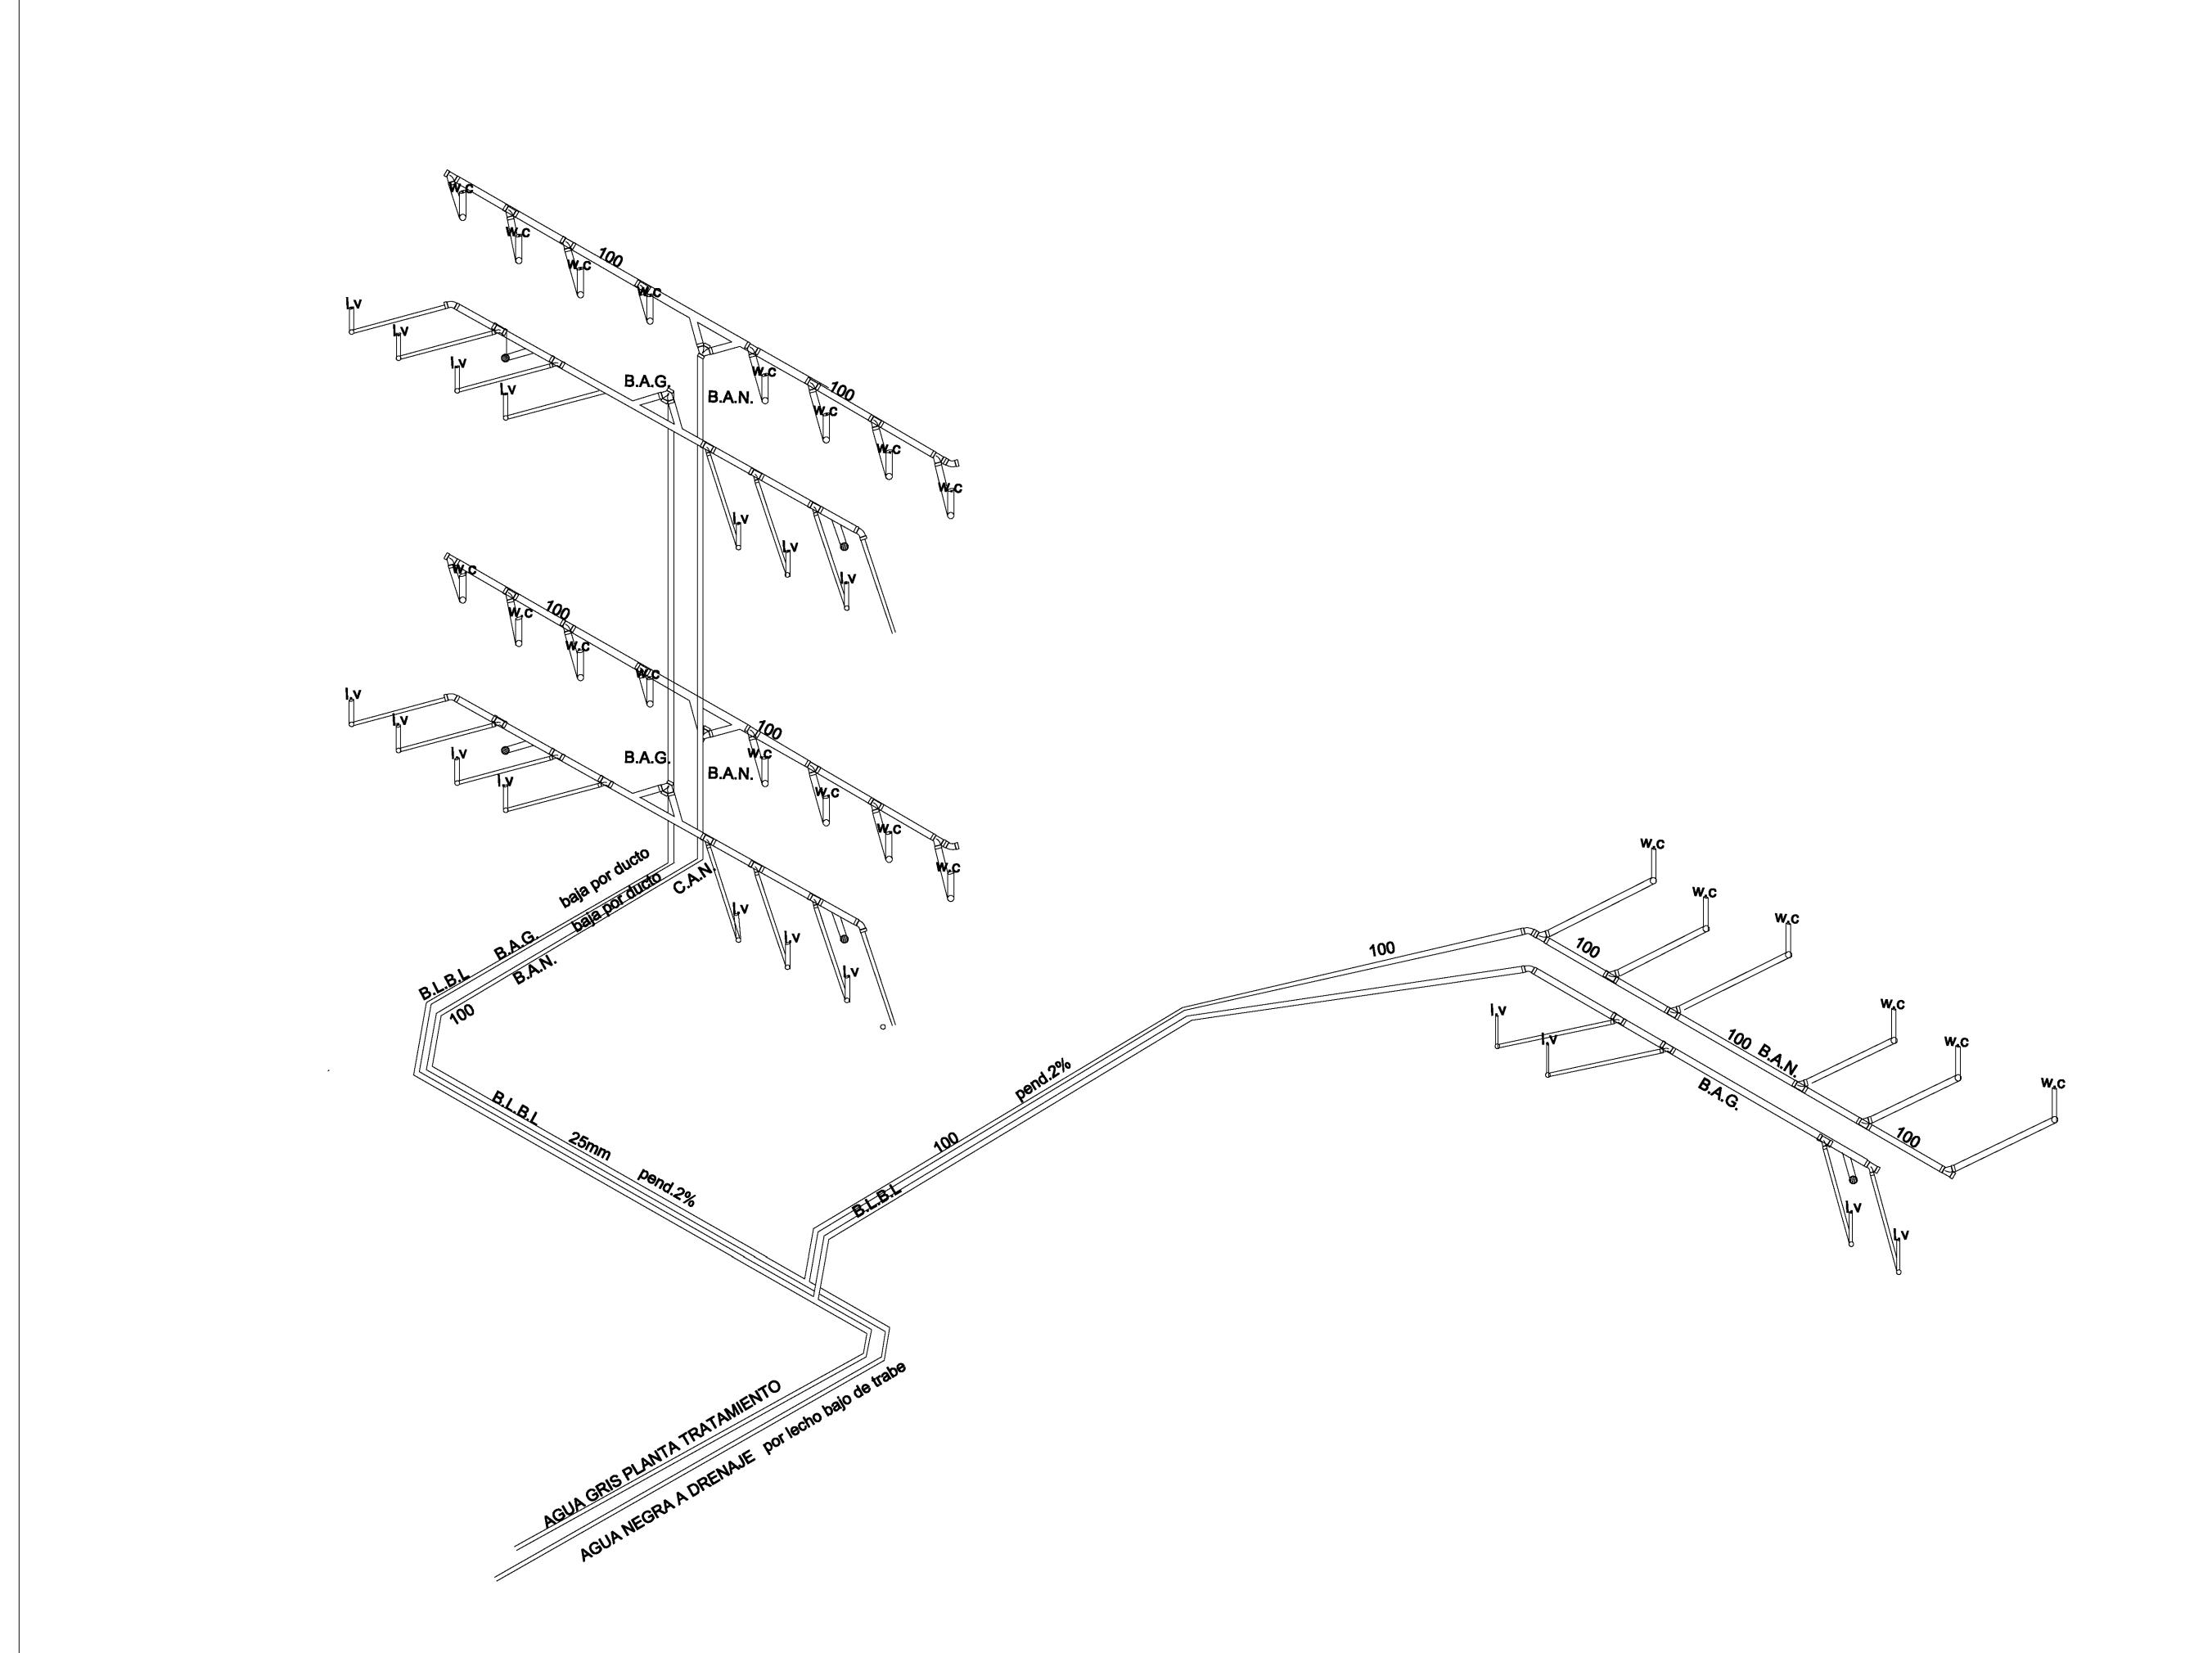



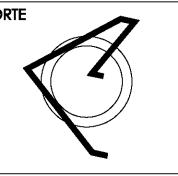

PLANTA ESQUEMÁTICA

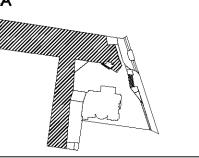

ESCALA GRÁFICA:

SIMBOLOGÍA:

CUADRO DE ÁREAS:

PROYECTO:

CENTRO CULTURAL "JOSÉ LUIS CUEVAS"

UBICACIÓN:

Calzada Desierto de los Leones #43 Col. San Ángel Del. Álvaro Obregón

PLANO: Isométrico de instalación sanitaria CLAVE:


COTAS: FECHA: metros 8 junio,2011 ESCALA: 1:175

SINODALES:


DR. ÁLVARO SÁNCHEZ DRA. MÓNICA CEJUDO ARQ. EDUARDO SCHUTTE ARQ. JAVIER SENOSIAIN




PROYECTÓ:

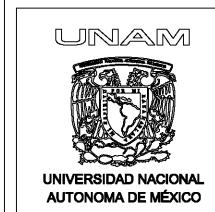




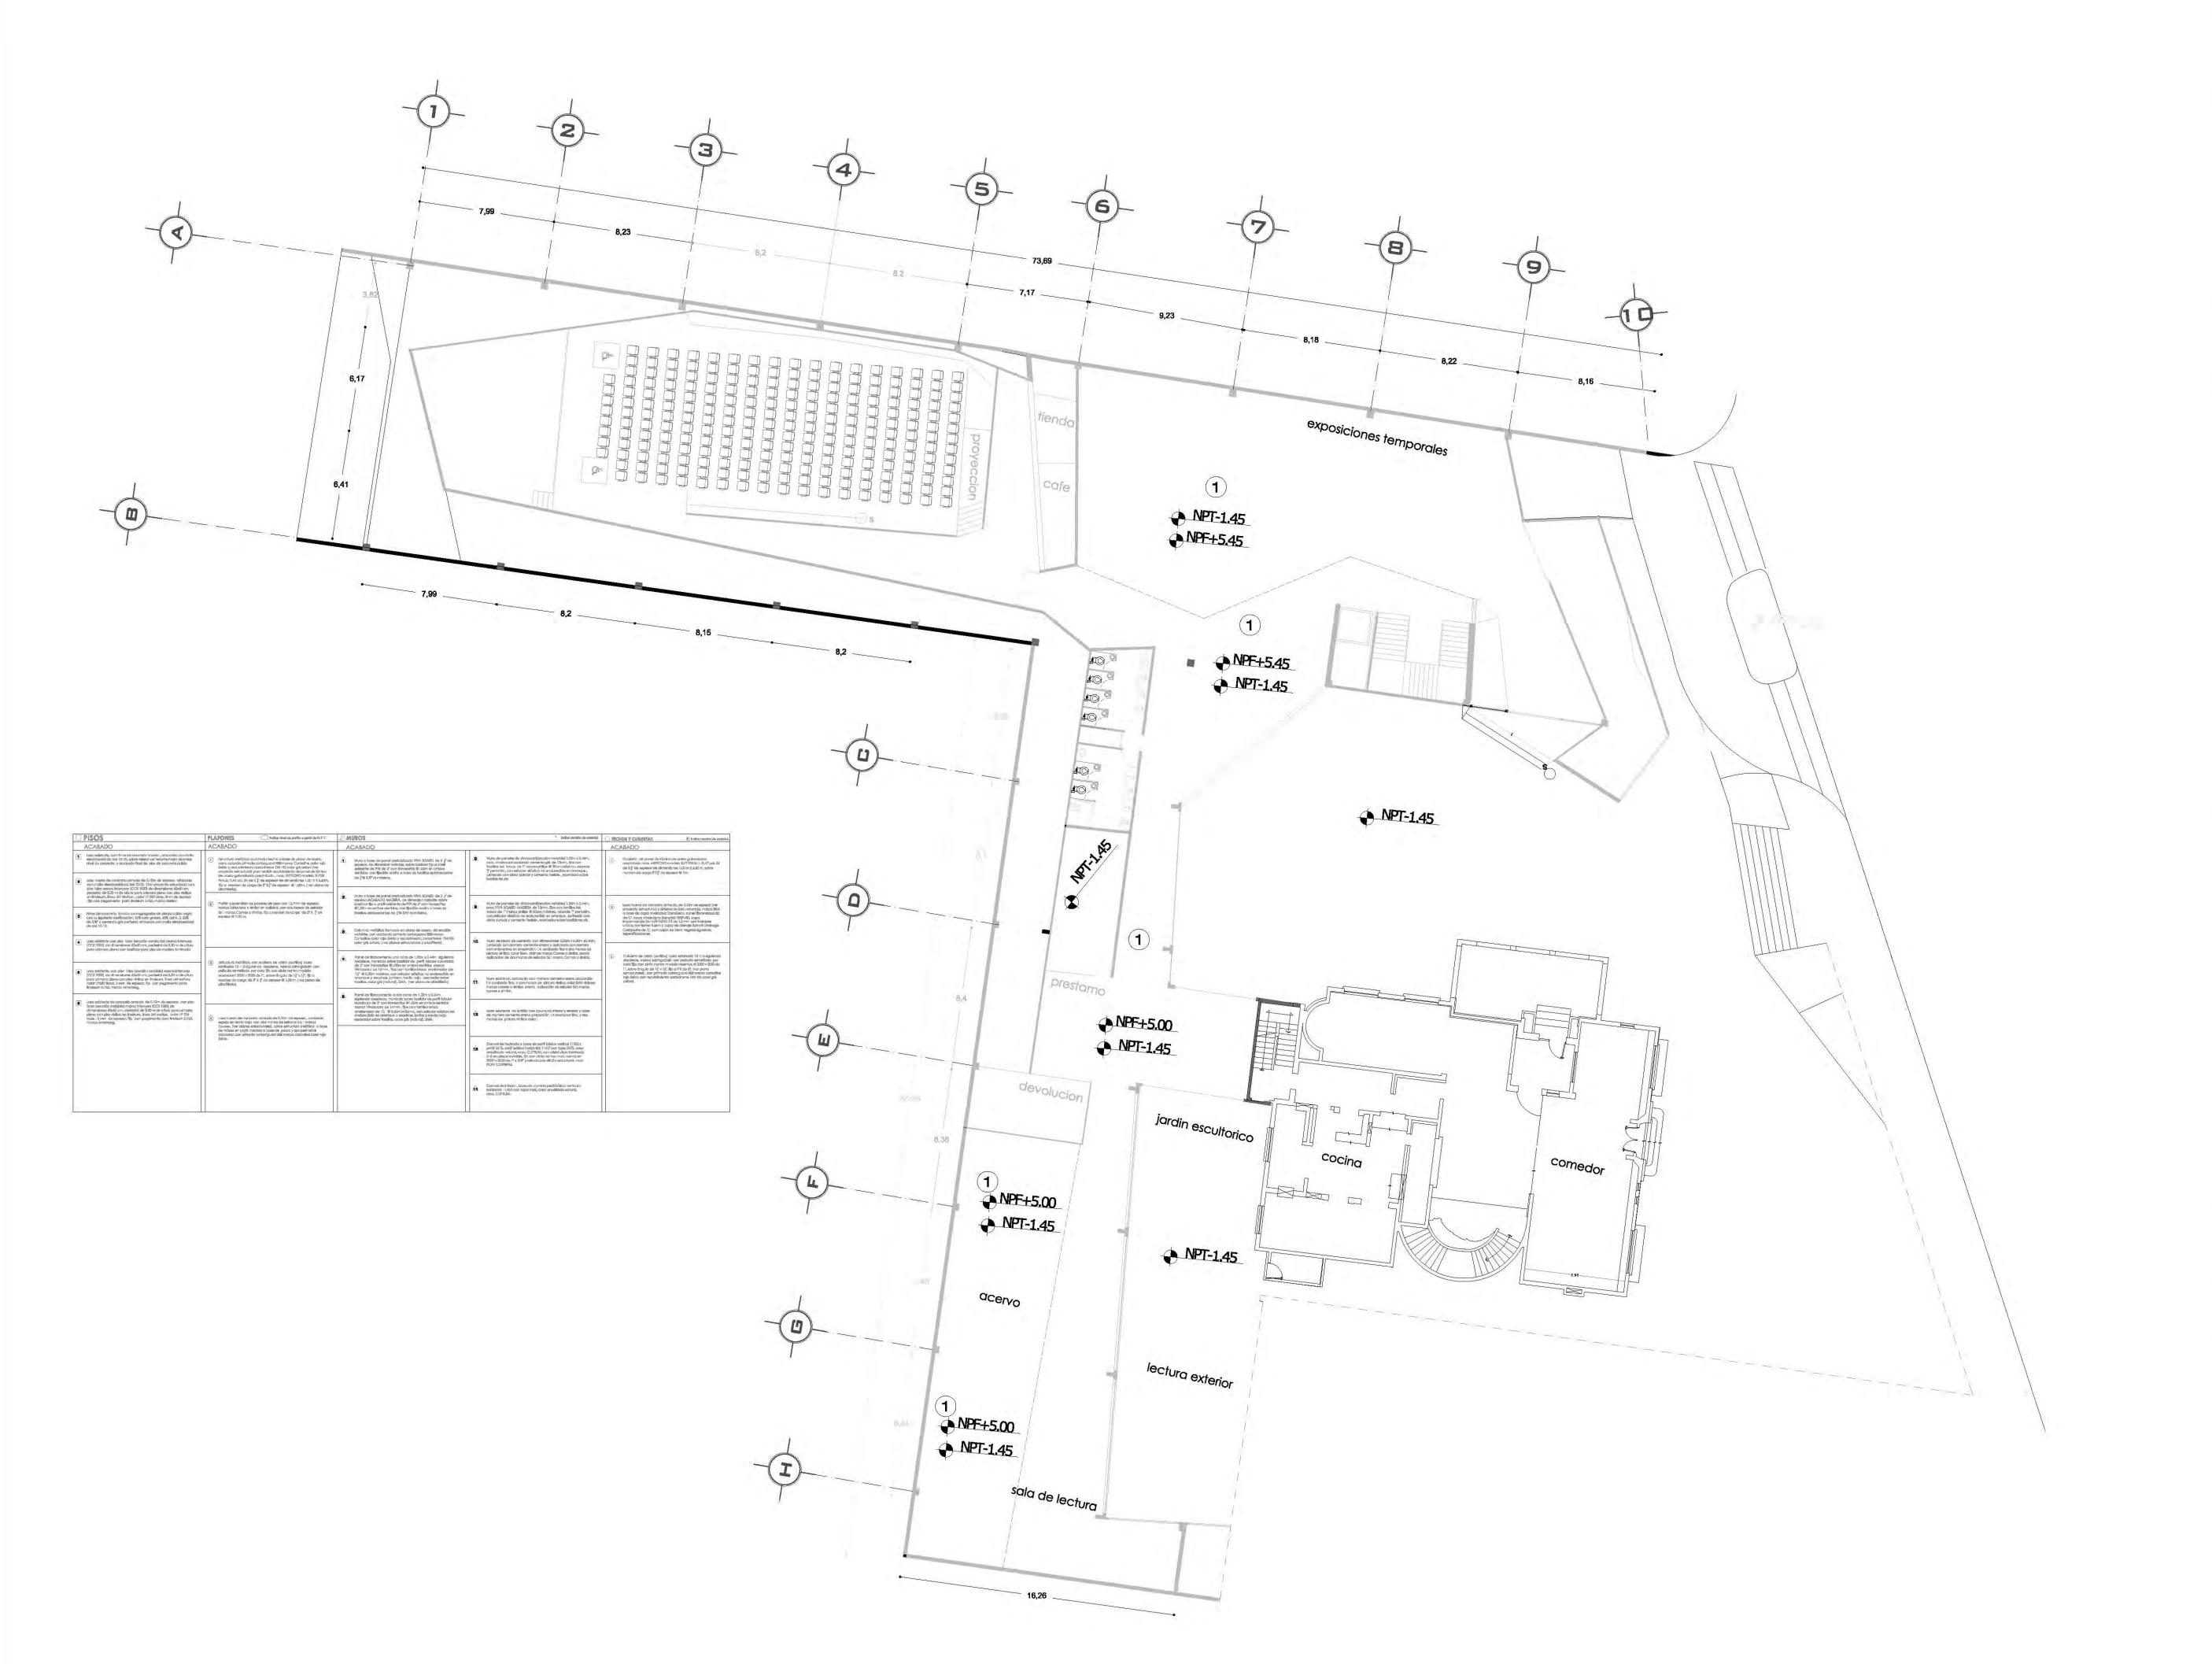

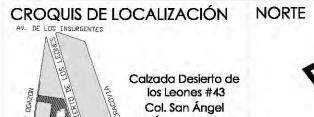

Del. Álvaro Obregón

PLANTA ESQUEMÁTICA

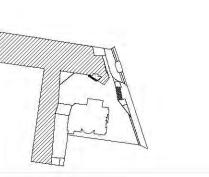

ESCALA GRÁFICA:

SIMBOLOGÍA:

N.P.T. +/-00.00	INDICA NIVEL DE PISO TERMINADO	N.C.1.	INDICA NIVEL DE CUME
N.S.L.	INDICA NIVEL SOBRE LOSA	N.C.2.	INDICA NIVEL DE CUME
N.L.A.P.	INDICA NIVEL DE LECHO ALTO DE PLAFÓN	N.P.	INDICA NIVEL DE PRET
N.L.B.P.	INDICA NIVEL DE LECHO BAJO DE PLAFÓN	- +	INDICA CAMBIO DE NIV
N.L.A.	INDICA NIVEL LECHO ALTO	X X	INDICA CORTE O FACH
N.L.B.	INDICA NIVEL LECHO BAJO	BAP.	INDICA BAJADA DE AGU

CUADRO DE ÁREAS:

PROYECTO:

CENTRO CULTURAL "JOSÉ LUIS CUEVAS"

UBICACIÓN:

Calzada Desierto de los Leones #43 Col. San Ángel Del. Álvaro Obregón

PLANO: Plano de plafones planta baja

CLAVE:

ESCALA: 1:175 COTAS: metros 8 junio,2011

SINODALES:

DR. ÁLVARO SÁNCHEZ DRA. MÓNICA CEJUDO ARQ. EDUARDO SCHUTTE ARQ. JAVIER SENOSIAIN





PROYECTÓ:

MARCOS SAMUEL MARTÍNEZ ARTEAGA






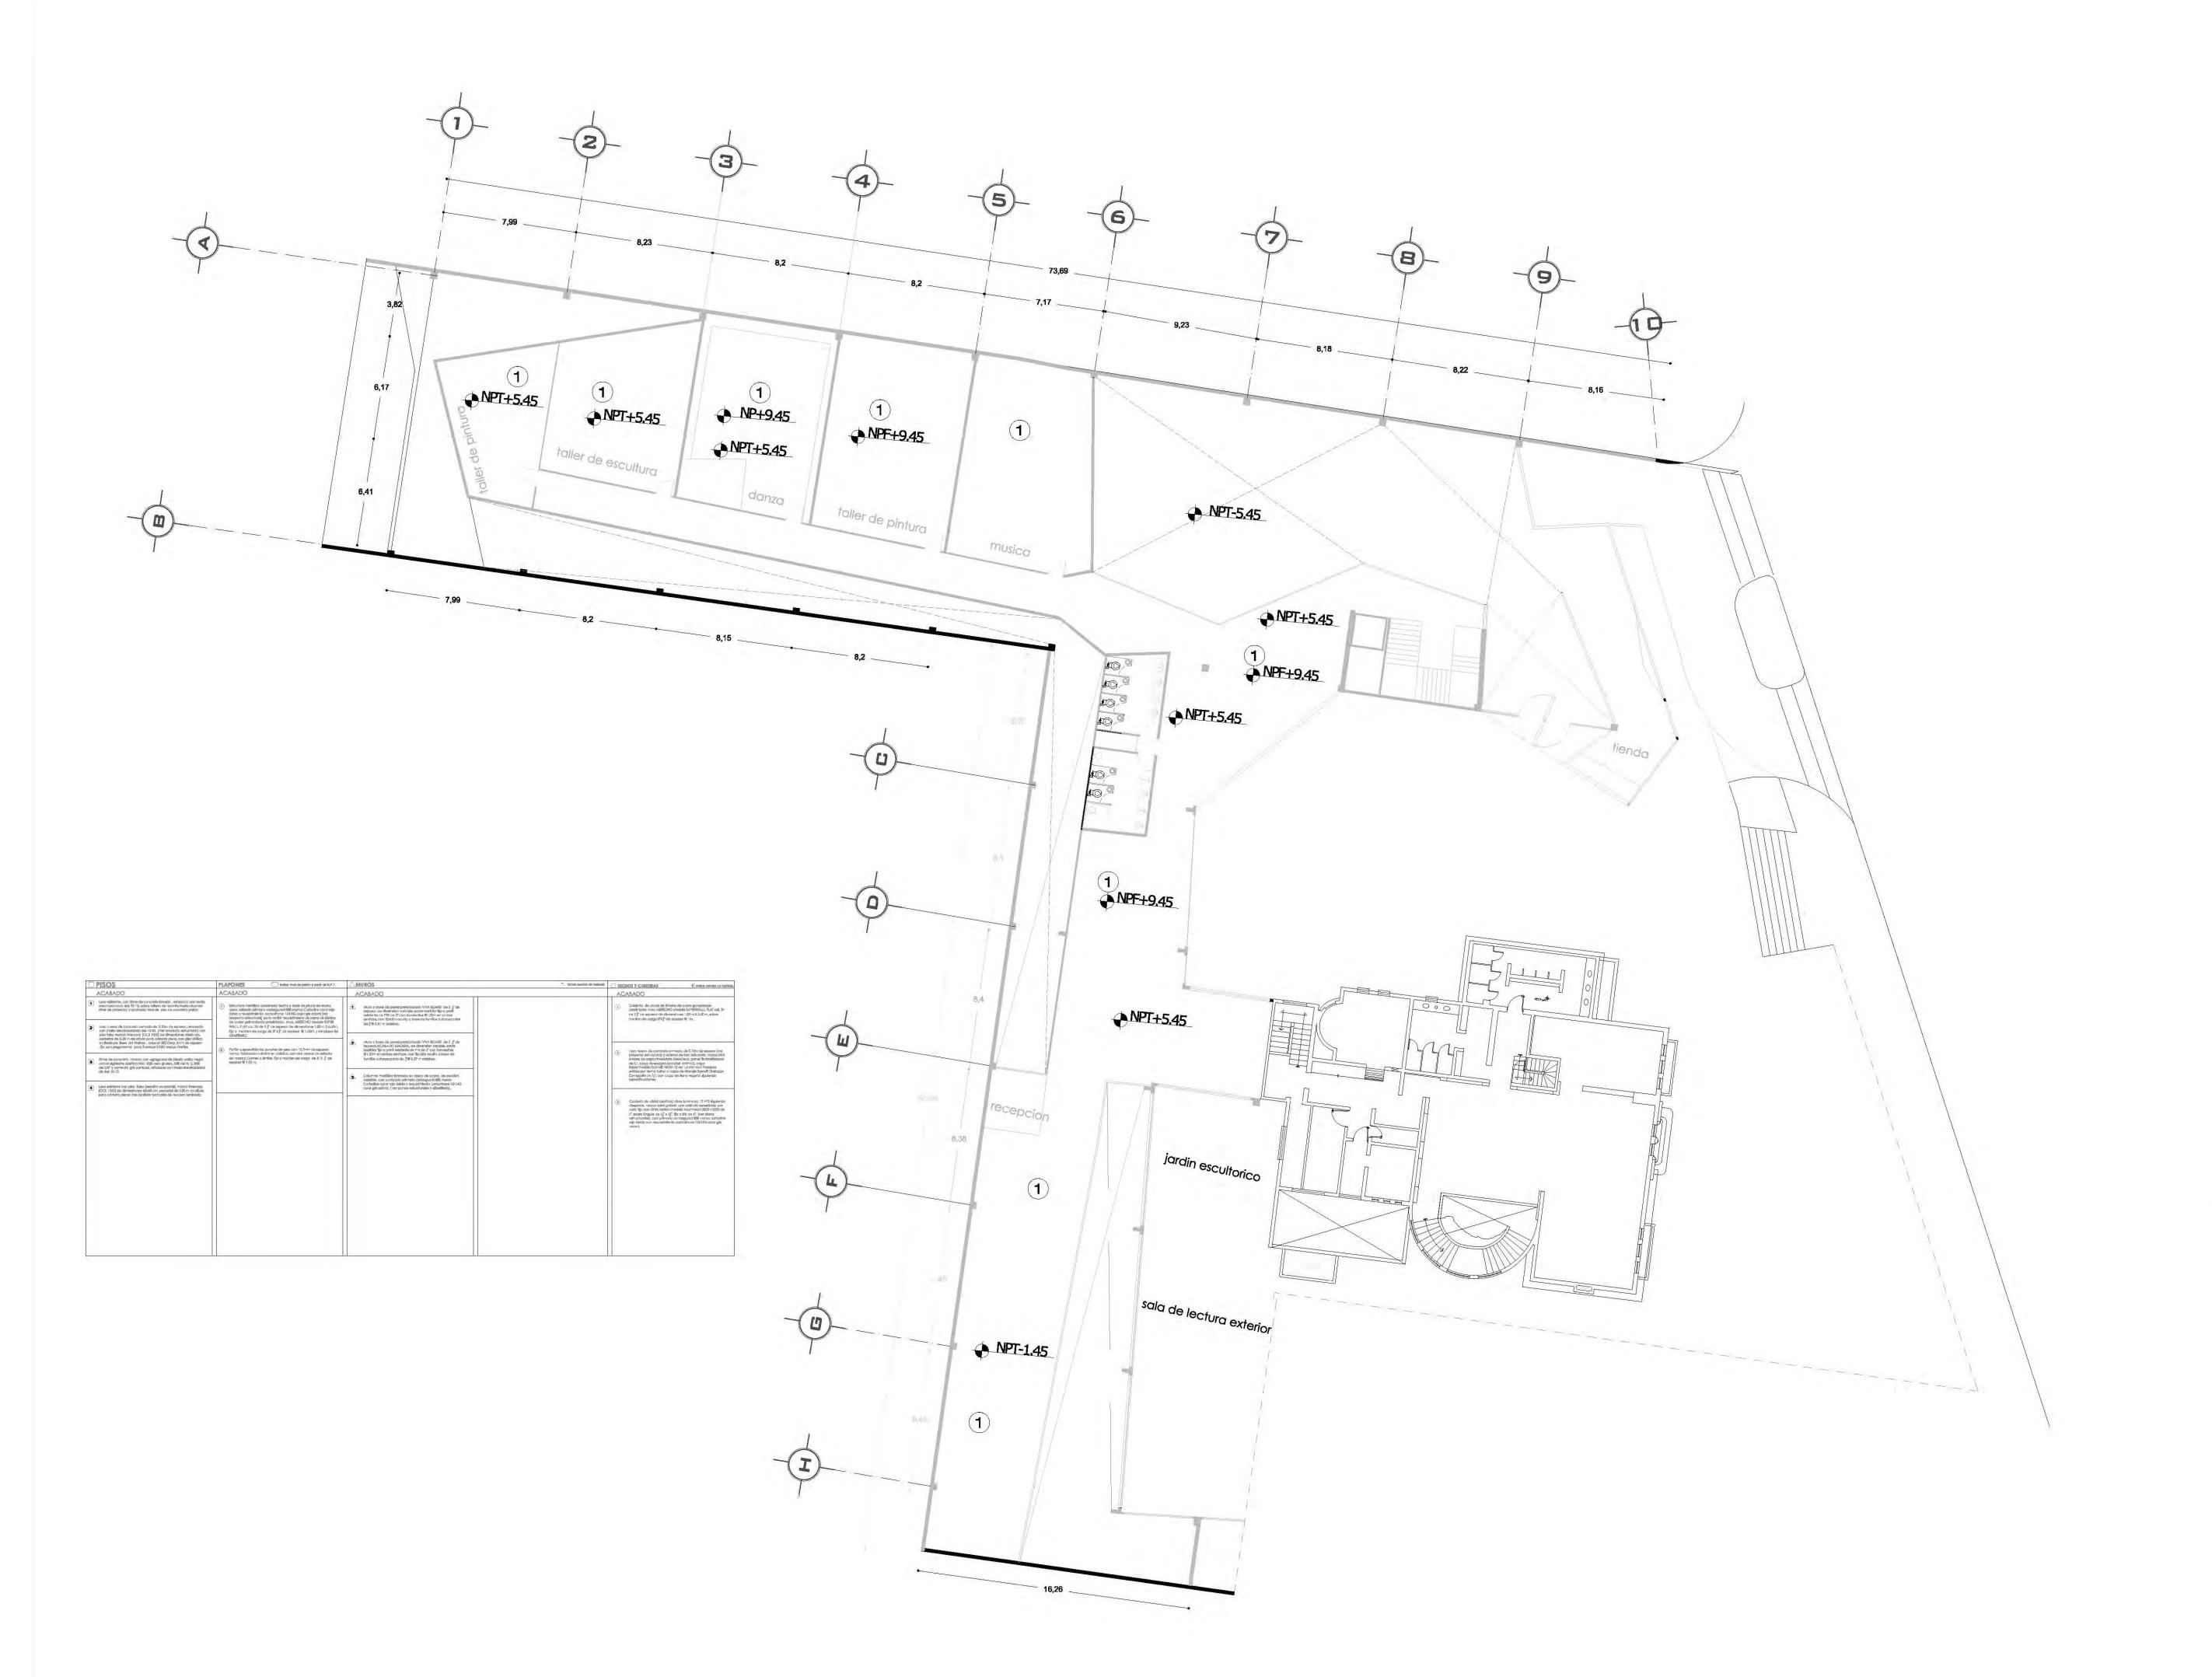

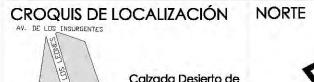

PLANTA ESQUEMÁTICA

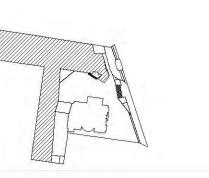

ESCALA GRÁFICA:

SIMBOLOGÍA:

N.P. 1, +/-00.00	INDICA NIVEL DE PISO TERMINADO	N.G.1.	INDICA NIVEL DE CUMBRERA 1
S.L.	INDICA NIVEL SOBRE LOSA	N.C.2.	INDICA NIVEL DE CUMBRERA 2
L.A.P.	INDICA NIVEL DE LECHO ALTO DE PLAFÓN	N.P.	INDICA NIVEL DE PRETIL
L.B.P.	INDICA NIVEL DE LECHO BAJO DE PLAFÓN	→	INDICA CAMBIO DE NIVEL
L.A.	INDICA NIVEL LECHO ALTO	X X	INDICA CORTE O FACHADA
L.B.	INDICA NIVEL LECHO BAJO	BAP.	INDICA BAJADA DE AGUA PLUV

CUADRO DE ÁREAS:

PROYECTO:

CENTRO CULTURAL "JOSÉ LUIS CUEVAS"

UBICACIÓN:

Calzada Desierto de los Leones #43 Col. San Ángel Del. Álvaro Obregón

8 junio,2011

PLANO: Plano de plafones planta alta

ESCALA: 1:175 COTAS:

metros

CLAVE:

SINODALES:

DR. ÁLVARO SÁNCHEZ DRA. MÓNICA CEJUDO ARQ. EDUARDO SCHUTTE ARQ. JAVIER SENOSIAIN





PROYECTÓ:


MARCOS SAMUEL MARTÍNEZ ARTEAGA






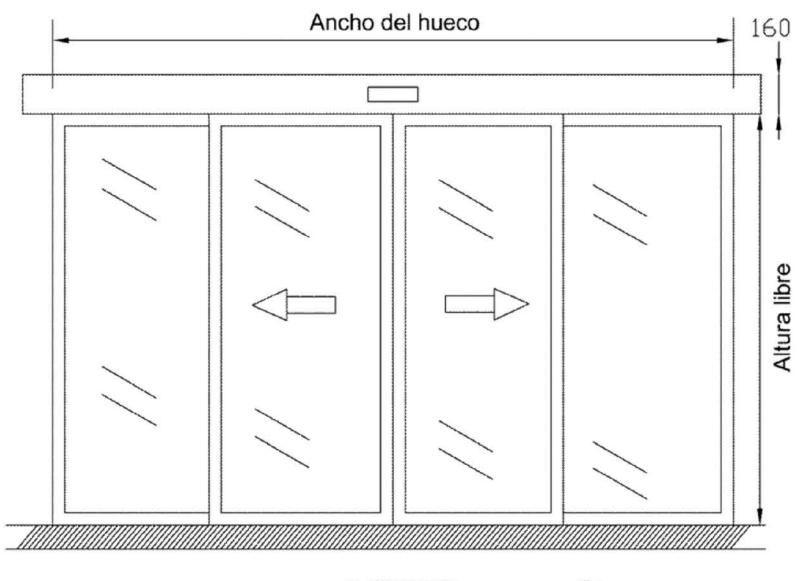


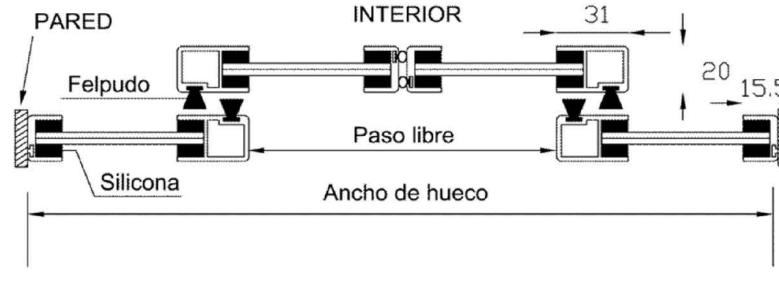


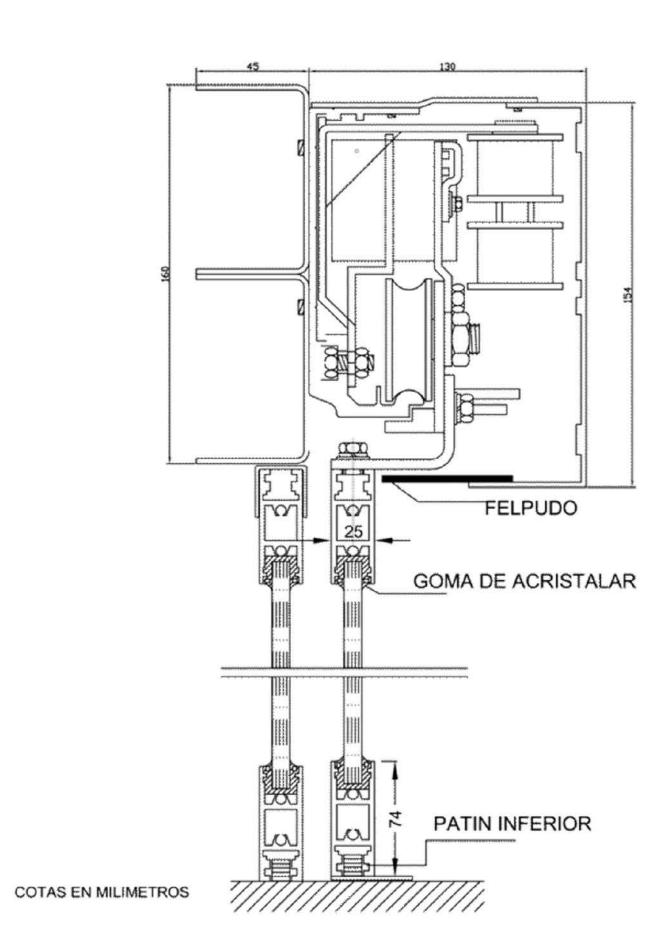

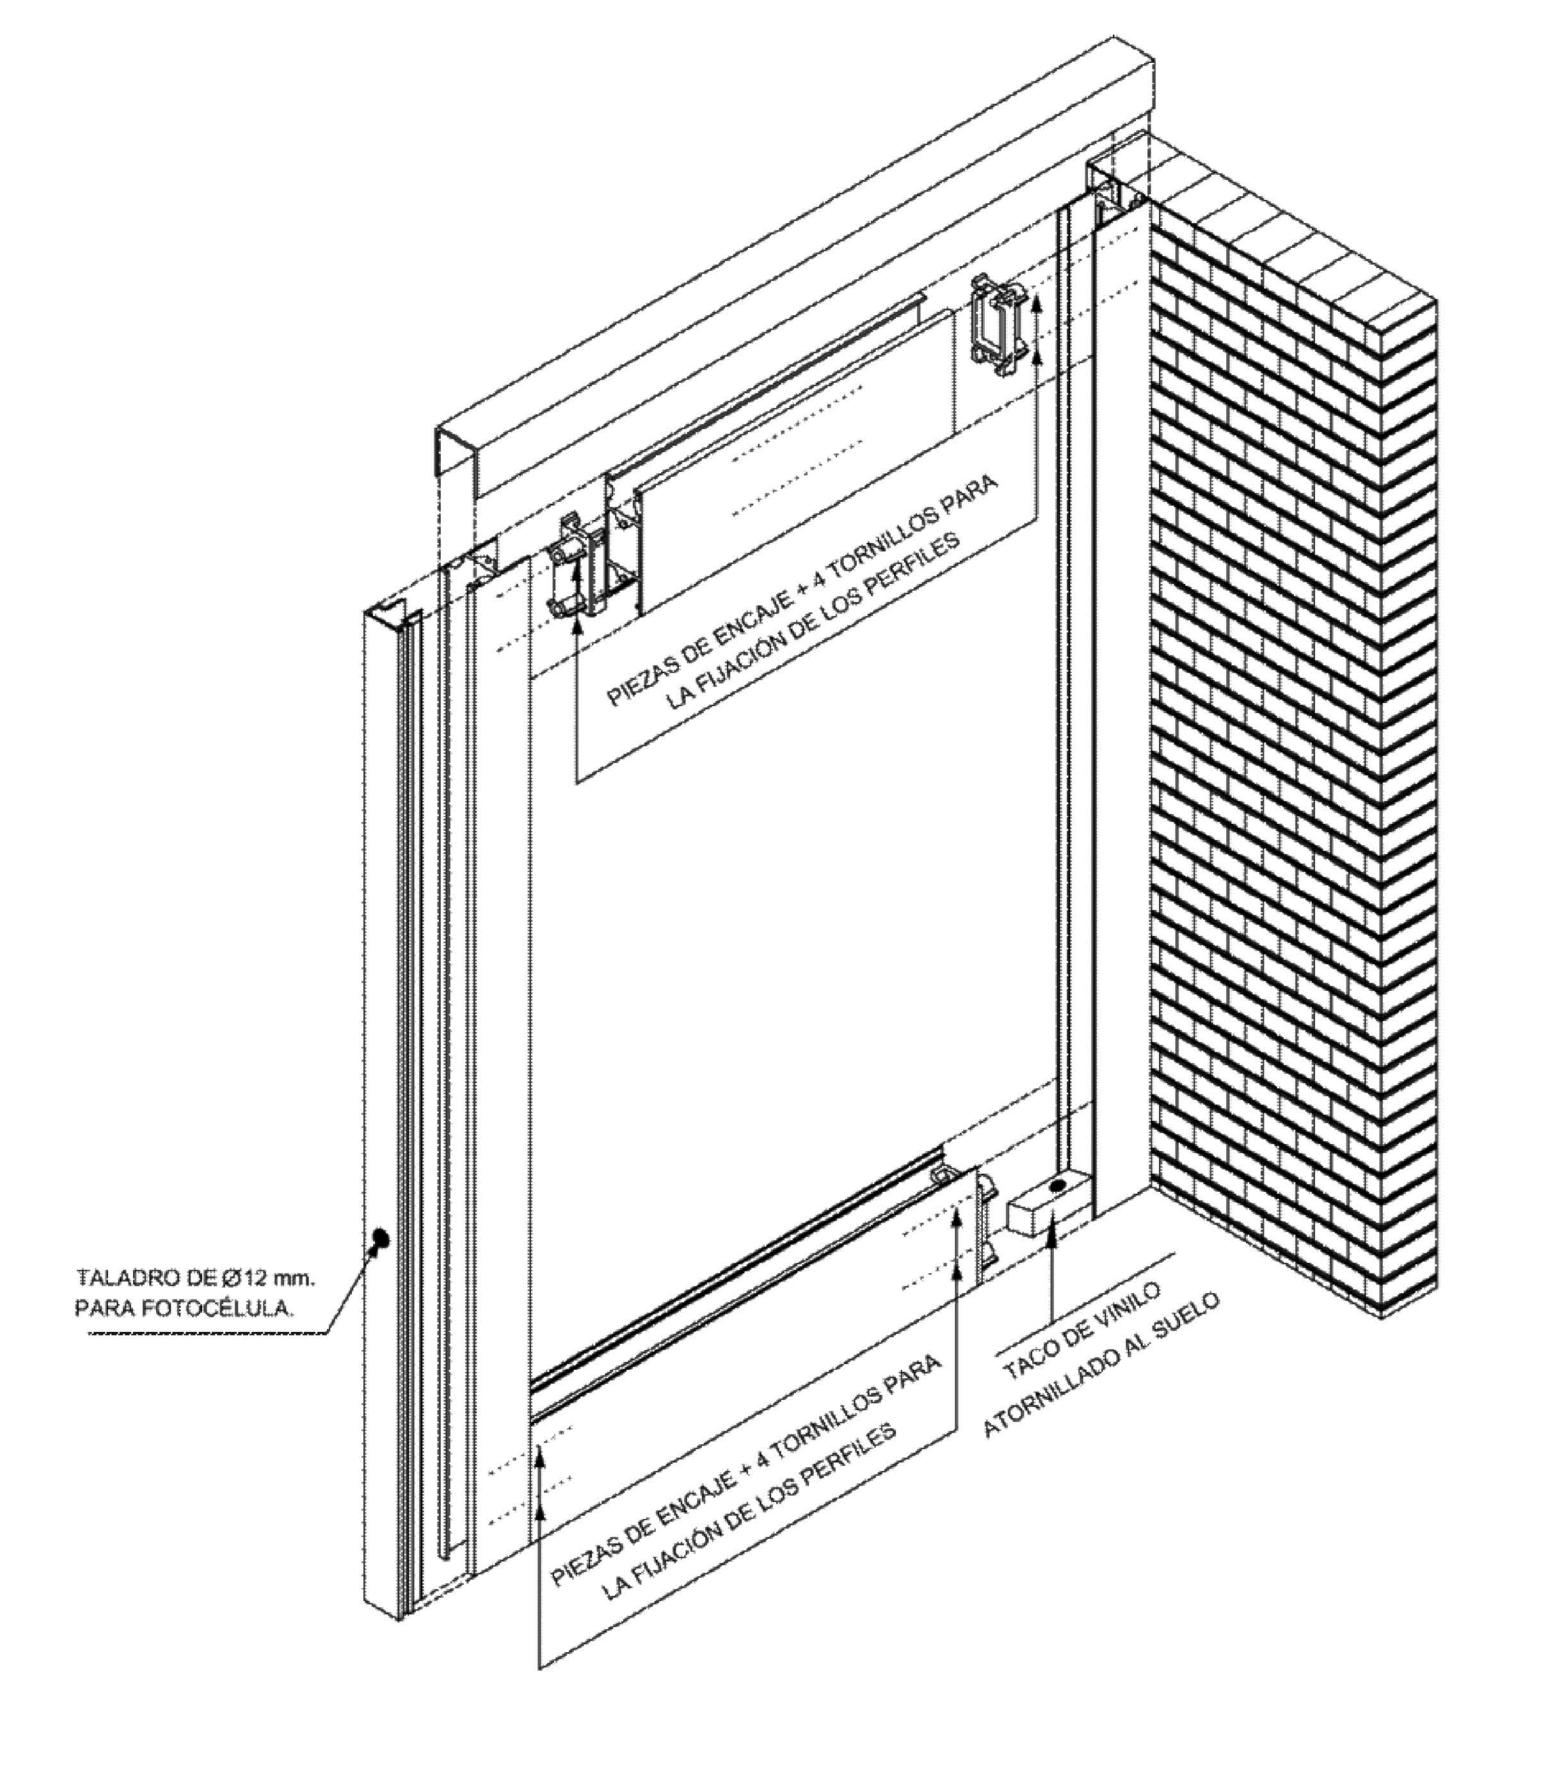




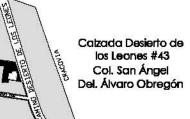

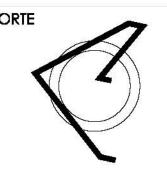

PLANTA ESQUEMÁTICA

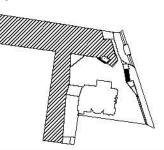

ESCALA GRÁFICA:

SIMBOLOGÍA:

N.P.T. +/-00.00 INDICA NIVEL DE PISO TES

N.S.L. INDICA NIVEL SOBRE LOS

N.L.A.P. INDICA NIVEL DE LECHO A

N.L.B.P. INDICA NIVEL DE LECHO B

N.C.1. INDICATION OF THE PROPERTY OF THE PROPE

INDICA NIVEL DE CUMBREI
INDICA NIVEL DE PRETIL
INDICA CAMBIO DE NIVEL

X INDICA CORTE O FACHADA
P. INDICA BAJADA DE AGUA F

CUADRO DE ÁREAS:

PROYECTO:

CENTRO CULTURAL "JOSÉ LUIS CUEVAS"

UBICACIÓN:

Calzada Desierto de los Leones #43 Col. San Ángel Del. Álvaro Obregón

PLANO:
DETALLE PUERTA AUTTOMATICA

CA

C-

CLAVE:

ESCALA: COTAS: FECHA: 1:175 metros 8 junio,2011

SINODALES:

DR. ÁLVARO SÁNCHEZ DRA. MÓNICA CEJUDO ARQ. EDUARDO SCHUTTE ARQ. JAVIER BENOSIAIN



PROYECTÓ:

MARCOS SAMUEL MARTÍNEZ ARTEAGA



