




Universidad Nacional Autónoma De México

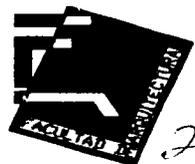

277

Facultad de Arquitectura

CENTRO DE CONVENCIONES Y EXPOSICIONES LEÓN, GTO.

SEMINARIO DE TITULACIÓN
QUE PARA OBTENER EL TÍTULO DE:

ARQUITECTO

PRESENTA

MAURICIO SÁNCHEZ RAMÍREZ

SINODALES:

M. en Arq. Jorge Quijano Valdez

Arq. Manuel Medina Ortiz

Arq. Ernesto Nataren De La Rosa

TESIS CON
FALLA DE ORIGEN

MÉXICO, D. F.

2002



Universidad Nacional
Autónoma de México



UNAM – Dirección General de Bibliotecas
Tesis Digitales
Restricciones de uso

DERECHOS RESERVADOS ©
PROHIBIDA SU REPRODUCCIÓN TOTAL O PARCIAL

Todo el material contenido en esta tesis esta protegido por la Ley Federal del Derecho de Autor (LFDA) de los Estados Unidos Mexicanos (México).

El uso de imágenes, fragmentos de videos, y demás material que sea objeto de protección de los derechos de autor, será exclusivamente para fines educativos e informativos y deberá citar la fuente donde la obtuvo mencionando el autor o autores. Cualquier uso distinto como el lucro, reproducción, edición o modificación, será perseguido y sancionado por el respectivo titular de los Derechos de Autor.

Paginación

Discontinua

ÍNDICE.	PÁG.
INTRODUCCIÓN.....	4
FUNDAMENTACIÓN.....	5
LOCALIZACIÓN.....	6
TERRENO.....	8
INFRAESTRUCTURA.....	22
Drenaje Público	
Electricidad	
Alumbrado Público	
Agua	
Transporte	
ANÁLOGOS.....	23
Centro de Convenciones de Acapulco	
Centro de convenciones y exposiciones WTC	
REQUERIMIENTOS.....	47
PROGRAMA.....	49
CONCEPTO.....	51
PROYECTO.....	52
Proyecto Arquitectónico	
Memorias Descriptivas	
Proyecto Ejecutivo	
PRESUPUESTO.....	94
PROGRAMA DE OBRA.....	97
BIBLIOGRAFÍA.....	116

AGRADECIMIENTOS.

A DIOS

Que me dio la oportunidad de ver la luz y creer en él, me dio la fuerza y el entendimiento para terminar con éxito lo que un día comencé.

A MIS PADRES

Ya que gracias a su apoyo comprensión y cariño me dieron la seguridad de llegar a este momento.

A MIS HERMANOS

Por su paciencia y compañía para no sentirme solo.

A MIS PROFESORES

Por que al trasmitirme sus conocimientos y exigirme de la forma en que lo hicieron, aprendí día con día lo necesario y más para realizar este trabajo.

A MI NOVIA

Por lograr motivarme a culminar éste objetivo. Gracias por tu comprensión, tolerancia, apoyo y cariño.

A TODOS USTEDES

Que me han apoyado todo este tiempo directa o indirectamente y que formaron parte de mi equipo de trabajo.

INTRODUCCIÓN

El presente trabajo tiene la finalidad de demostrar que el autor está capacitado para titularse como ARQUITECTO y que tiene los conocimientos necesarios para ejercer satisfactoriamente la profesión.

Este trabajo está bien fundamentado ya que el tema que aquí se desarrolla es un tema de necesidades reales; La ciudad de León Guanajuato, es una ciudad que ha ido creciendo muy rápido, debido a las grandes industrias que ésta aloja, ha dejado de ser provincia para convertirse en ciudad, es por esto que se requiere en este sitio un espacio donde los empresarios puedan realizar distintas actividades importantes como son: capacitación de personal, exposición de sus productos, conferencias masivas, eventos sociales y recreativos, etcétera.

Así mismo el gobierno de ésta localidad tiene las mismas necesidades pero no cuenta con los recursos suficientes como para construir una obra de tal magnitud, esto los llevo a realizar un acuerdo donde ambas partes invirtieran y al mismo tiempo salieran beneficiadas por lo cual crearon una sociedad, de donde el gobierno donaría el terreno y se encargaría de los gastos que tuvieran que ver con permisos contrataciones de servicios públicos, y los empresarios correrían con los gastos de diseño y construcción de la obra.

Por mi parte adquirí este tema como tema a desarrollar para mi tesis y los resultados fueron muy satisfactorios. En este documento encontrarán la fundamentación del tema, la localización del terreno con domicilio completo y plano de ubicación; el estudio del terreno y sus alrededores, el análisis de la infraestructura, un estudio de ejemplos análogos para un mejor desarrollo del proyecto, los requerimientos del proyecto, el programa arquitectónico que fue realizado en base a las necesidades, las peticiones del cliente y el estudio de los análogos, el concepto del proyecto, el desarrollo arquitectónico y ejecutivo del mismo, el presupuesto y el programa de obra como conclusión del trabajo.

FUNDAMENTACIÓN.

TEMA DE TESIS.

CENTRO DE CONVENCIONES, LEÓN, GTO.

La ciudad de León Guanajuato, es una ciudad que ha ido creciendo muy rápido, debido a las grandes industrias que esta aloja, ha dejado de ser provincia para convertirse en ciudad.

Por esto, respondiendo a las necesidades de una ciudad, León Guanajuato aun esta equipándose con todos los servicios que una ciudad requiere. Actualmente cuenta con Escuelas, Hospitales, Industrias, Fabricas, Oficinas, Centros de recreación y esparcimiento, pero aun carece de Centros culturales y centros de exposiciones y eventos masivos.


Por esta razón sé está demandando un Centro de Convenciones que dará servicio a la iniciativa privada y al publico en general. La inversión va a ser otorgada por la Iniciativa privada y el Gobierno del estado en sociedad.

En lo particular considero que es un buen tema, lo suficientemente completo como para realizarlo como tema de tesis y aplicarle todos los conocimientos adquiridos a traves de la carrera, además de la importancia urbana que tienen por estar localizado en una ciudad que apenas sé está formando.

LOCALIZACIÓN.

CENTRO DE CONVENCIONES Y EXPOSICIONES.

El terreno se encuentra ubicado en el Km. 3 del BLv. José María Morelos, Esq. con el Blv. Vicente Valtierra y la calle San Manuel, dentro del perímetro que se ha denominado como Ciudad Piel, en León, Guanajuato.

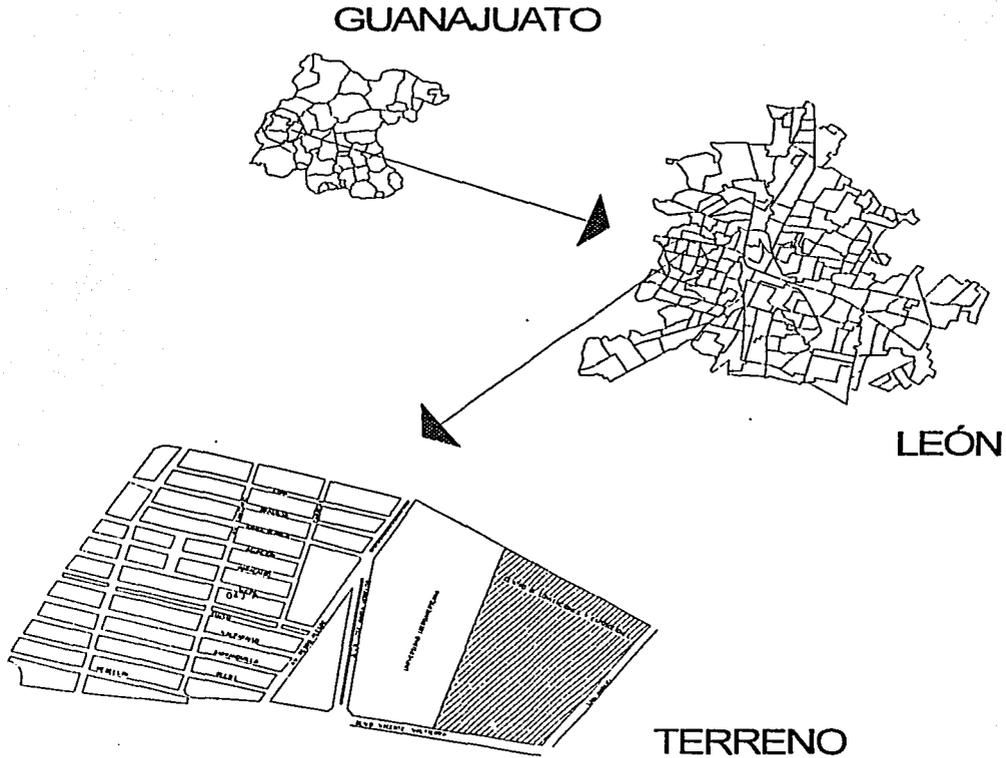

TERRENO.


TERRENO.

Se encuentra ubicado en la zona industrial de León, Gto. Llamada Ciudad Piel, sobre el Km. 3 del Biv. José María Morelos Esq. con Biv. Vicente Valtierra. El terreno consta de 4 hectáreas (40,000 m²) de los cuales el 30% debe ser área permeable (según reglamento del D. F).

El terreno cuenta con hermosas vistas a una gran extensión de área verde, lo cual no puede ser un factor de mucho peso en el proyecto, ya que esta zona se densificara prontamente y las vistas se perderán en su mayoría.

El terreno colinda con la Universidad Iberoamericana Campus León, prácticamente es la única construcción a la cual podemos hacer referencia para el estudio de la tipología arquitectónica del lugar.


Dado a la existencia de la Universidad en esta zona, no hay problemas de infraestructura ya que el lugar cuenta con electricidad, drenaje, luz, teléfono, vialidades y transporte.

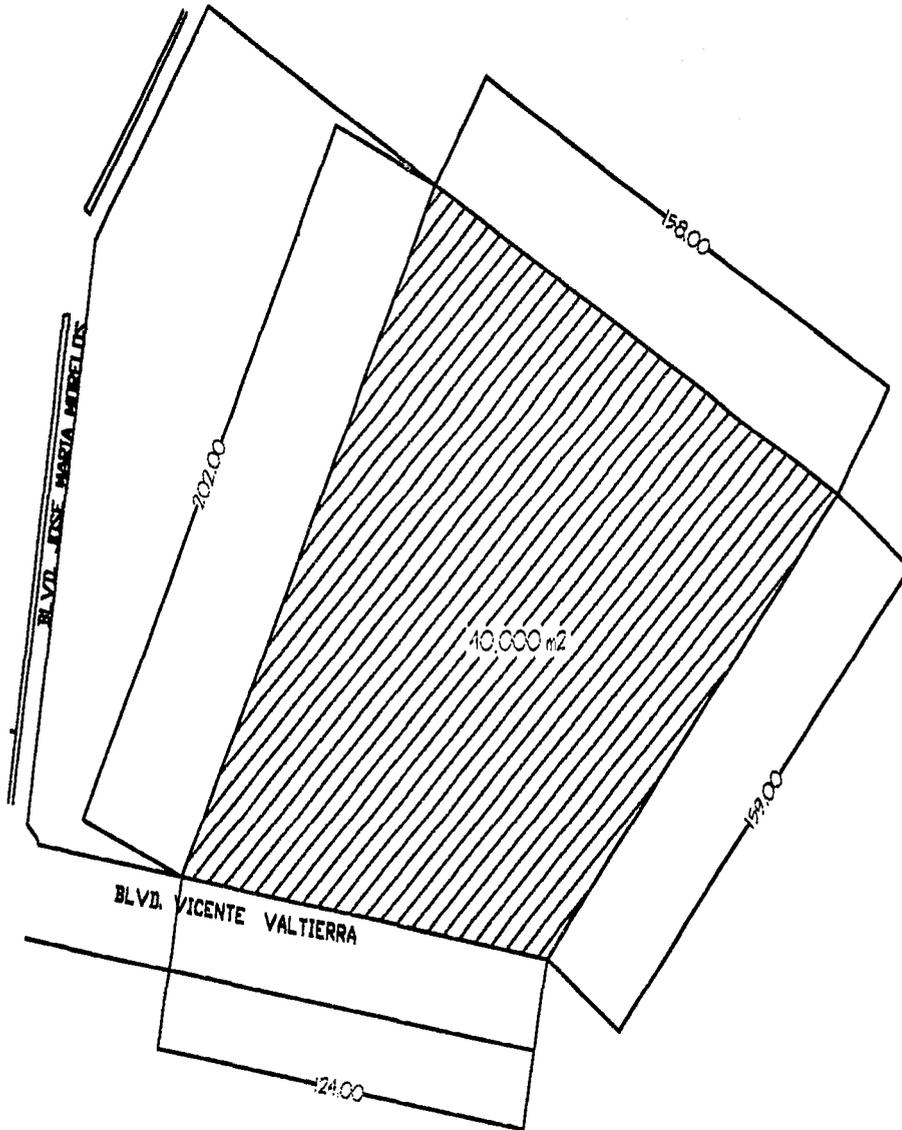

TITULO CENTRO DE CONSTRUCCIONES Y PROYECTOS	
DIRECCION AV. DE LA UNIV. NACIONAL AUTONOMA DE MEXICO S/N CUERPO CENTRAL DE INVESTIGACIONES	FECHA 15-02-02
AUTORIA MARCO VALLEZ MARTI	ESCALA
OBJETO PROYECTO DE PLANO DE LA ZONA DE SERVICIO PARA EL COMERCIO Y SERVICIOS VARIOS	
LUGAR	MUNICIPIO

TESIS PROFESIONAL


CENTRO DE CONVENCIONES Y EXPOSICIONES.

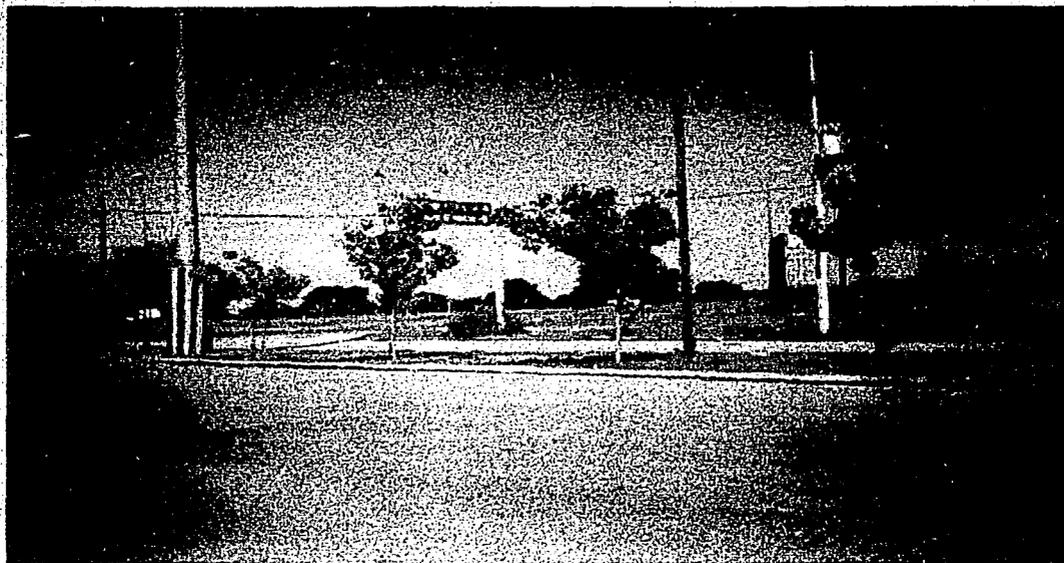

F1. Av. Vicente Valtierra.




F2. cruce de Av. Vicente V. Con Av. José Ma. Morelos.

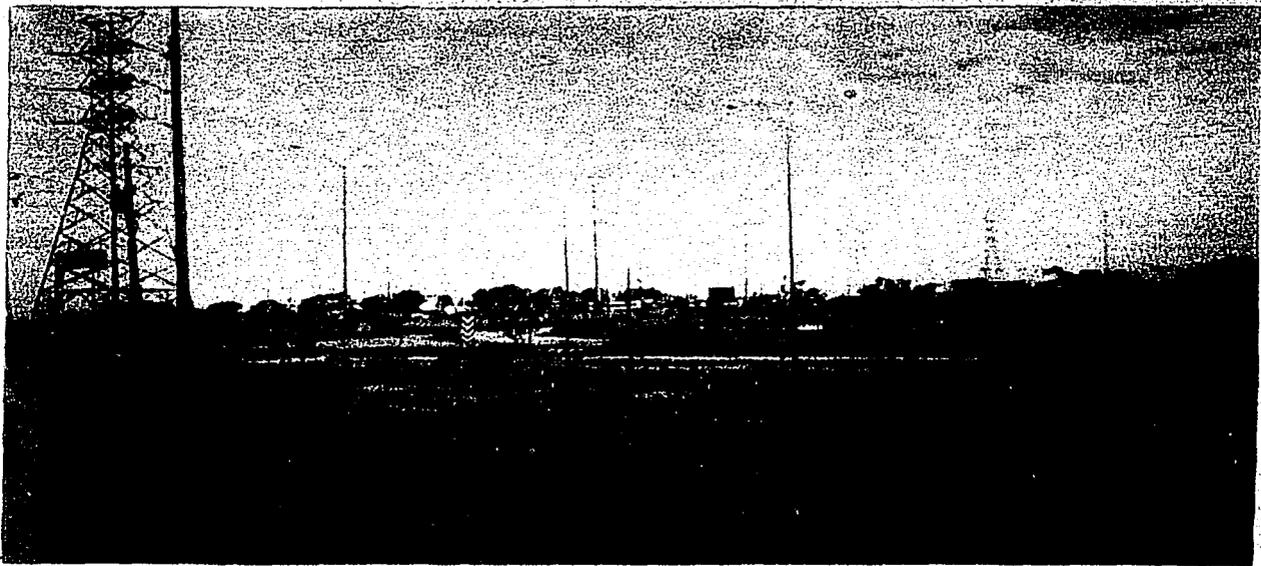


F3. Av. José Ma. Morelos.




F4. Av. José Ma. Morelos.

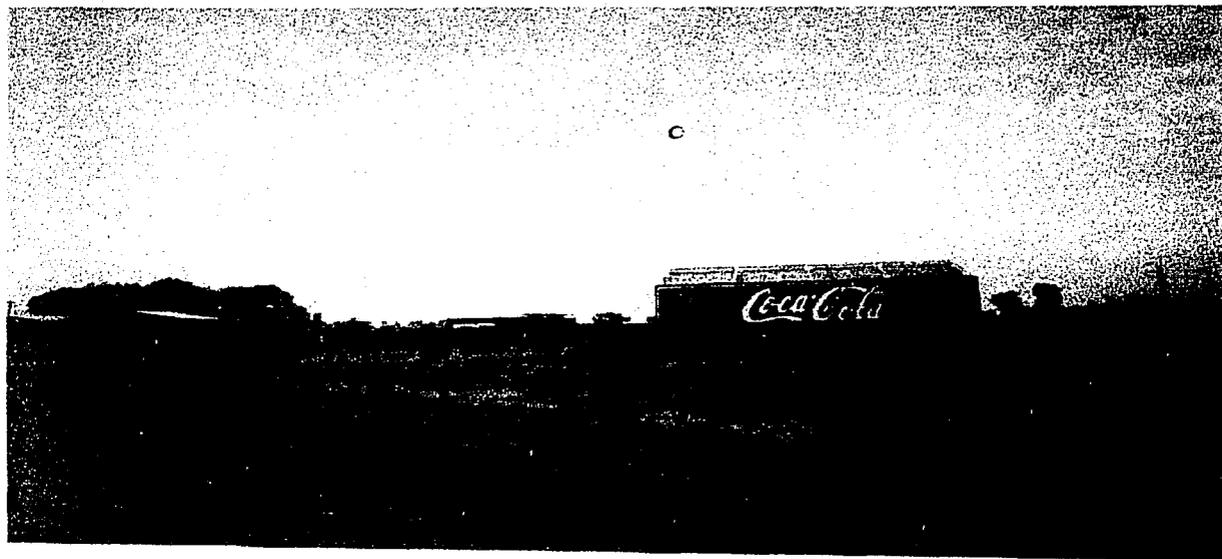

F5. vista del terreno fachada este. (coca - cola)

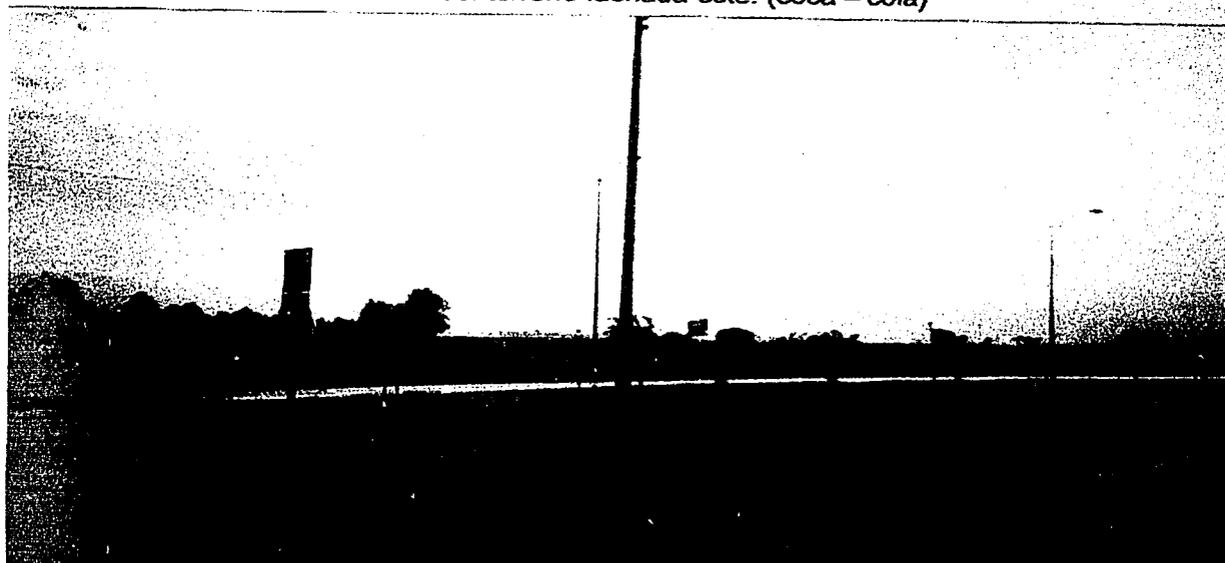


CENTRO DE CONVENCIONES Y EXPOSICIONES.

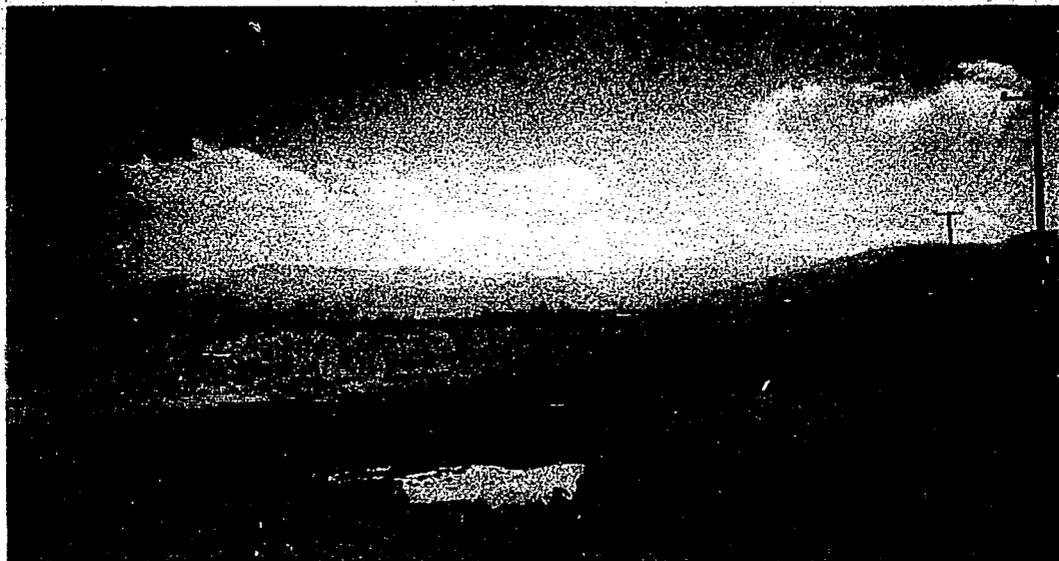

F7. vista del terreno fachada norte.




F8. vista del terreno (nor-orient)

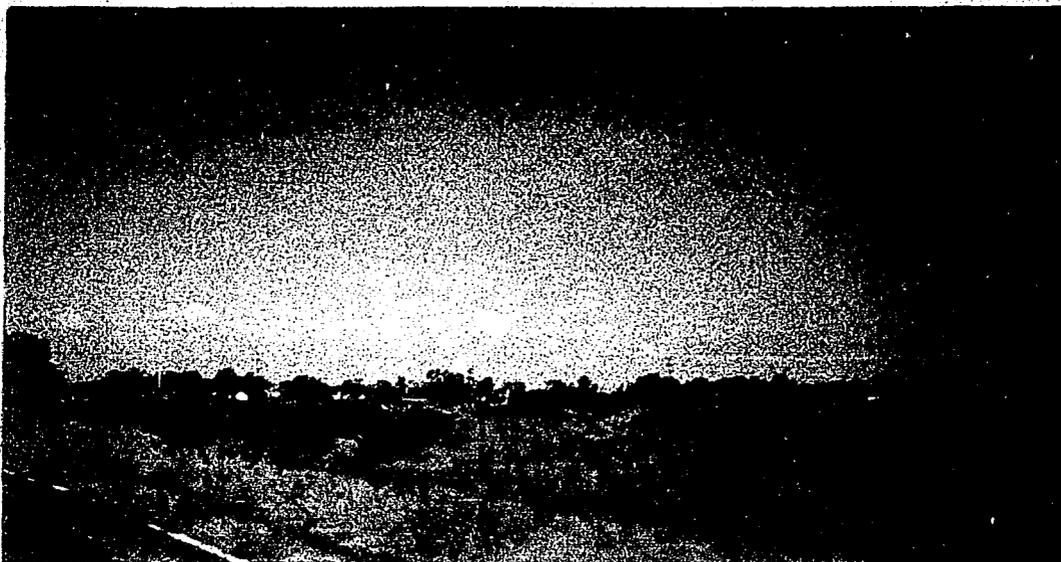

F9. vista del terreno fachada poniente.



F10. vista del terreno (nor-poniente)

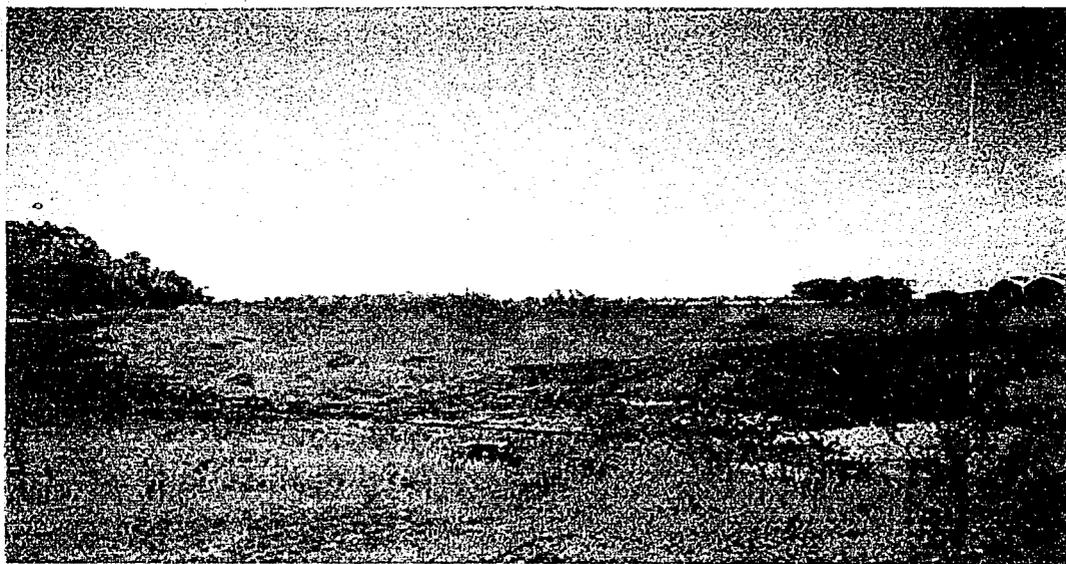

F11. vista del terreno (sur-este)



F12. fachada colindante con la Universidad Iberoamericana.



F13. vista del terreno (sur-este)



F14. vista del terreno Este.

CENTRO DE CONVENCIONES Y EXPOSICIONES.




F15. acceso a la Universidad por Blv. Vicente V.



F16. acceso a la Universidad por Blv. José Ma. Morelos.

CENTRO DE CONVENCIONES Y EXPOSICIONES.

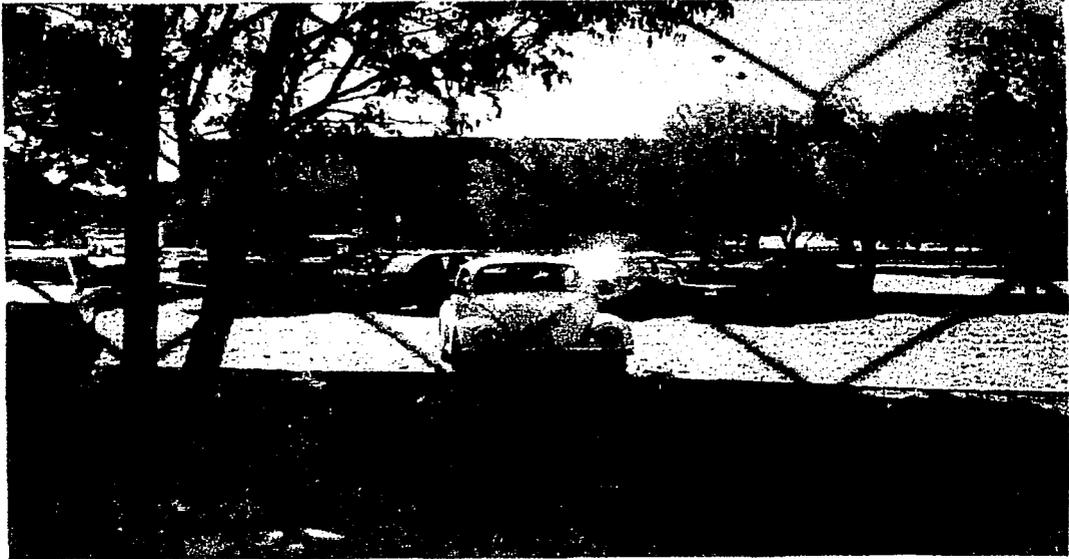

F17. estacionamiento principal Universidad Iberoamericana.



F18. terreno Universidad Iberoamericana.

CENTRO DE CONVENCIONES Y EXPOSICIONES.



F19. edificio principal Universidad Iberoamericana.




F20. edificio anexo Universidad Iberoamericana.



**F21. estacionamiento Universidad Iberoamericana
Acceso por Biv. Vicente V.**



F22. estacionamiento acceso por Biv. José Ma. Morelos.

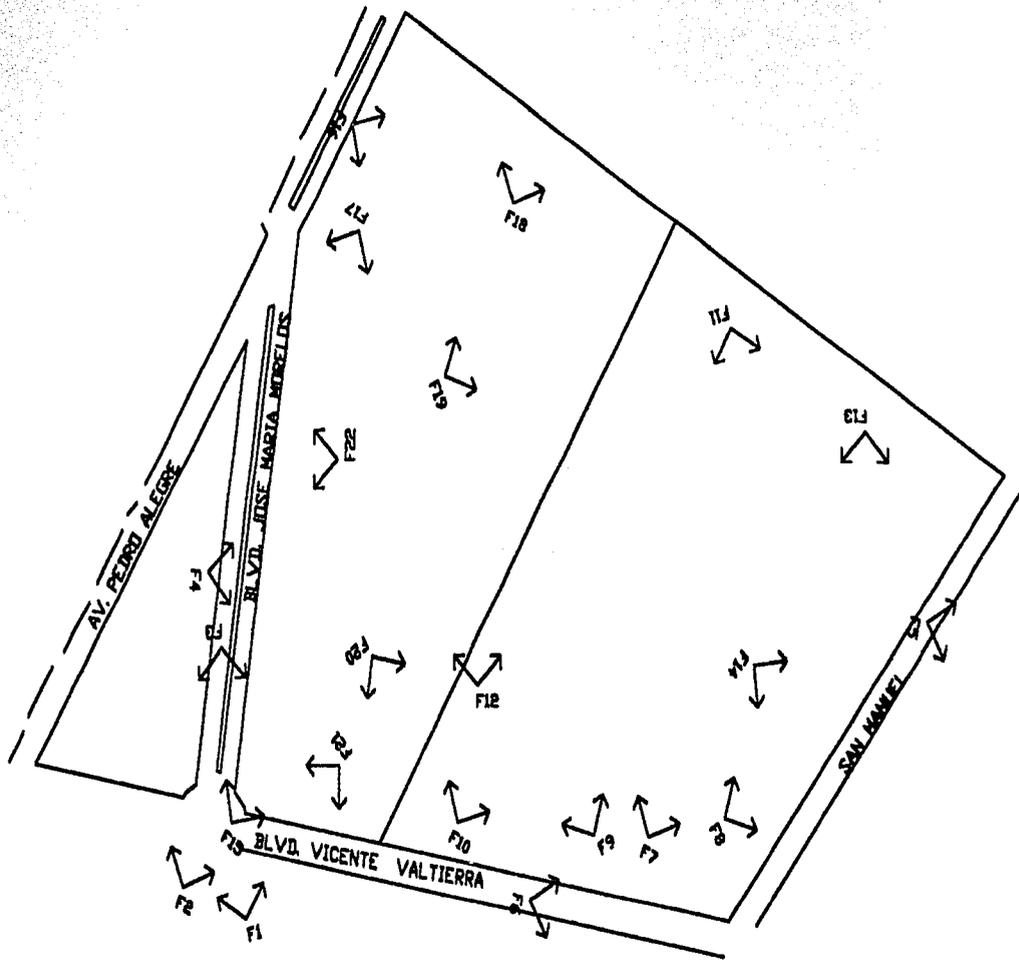

TITULO CENTRO DE CONEXIONES Y PROYECCIONES	
AUTOR MANUEL MORALES	FECHA 18-02-02
LUGAR MANUEL MORALES	
OBJETO PROYECTO TECNICO DE LA OSA Y PLANO DE PROYECCION Y MANEJO DE LA OSA	
ESCALA 1:100	HOJA 1

TESIS PROFESIONAL

INFRESTRUCTURA.

El terreno cuenta con toda la infraestructura necesaria para llevar a cabo satisfactoriamente el proyecto. Las partes de la que se compone son:

- ❖ **DRENAJE PÚBLICO:** El drenaje corre por el Blvd. Vicente Valtierra a 3m de profundidad bajo el nivel de banqueteta.

- ❖ **ELCTRICIDAD:** La acometida que dará servicio de electricidad al conjunto se encuentra ubicada a 20m hacia el norte de la esquina del Blvd. Vicevte Valtierra con San Manuel.

- ❖ **ALUMBRADO PÚBLICO:** El alumbrado público consta de postes de doble lámpara que se encuentran ubicados sobre los camellones de los Bulevares a cada 5m de distancia entre ellos.

- ❖ **AGUA:** La red de agua potable se encuentra igualmente ubicada que el drenaje sobre el Blvd. Vicente Valtierra, del cual hay que pagar el suministro al municipio.

- ❖ **TRANSPORTE:** Actualmente sólo existen dos rutas de transporte público (Microbuses) y una base de taxis que dan servicio a esta zona principalmente por la Universidad, donde se encuentra la parada más próxima al terreno.

ANÁLOGOS.

CENTRO DE CONVENCIONES Y EXPOSICIONES.

**CENTRO DE CONVENCIONES
DE ACAPULCO.**

CENTRO DE CONVENCIONES, ACAPULCO GRO.


Areas Cubiertas	52,352 M ²
Estacionamientos	7,236 M ²
Areas Publicas	52,795 M ²
Jardines	45,069 M ²
Superficie Total:	157,452 M²

EDIFICIO No. I

Dividido en dos niveles;
Area de Exposiciones y Salas de Conferencias

PLANTA BAJA

27 salas moviles sonoaislantes a base de paneles corredizos con capacidad de 60 a 500 personas. En montajes para exposiciones se pueden armar 240 stands. Para banquetes hasta 3,000 personas.

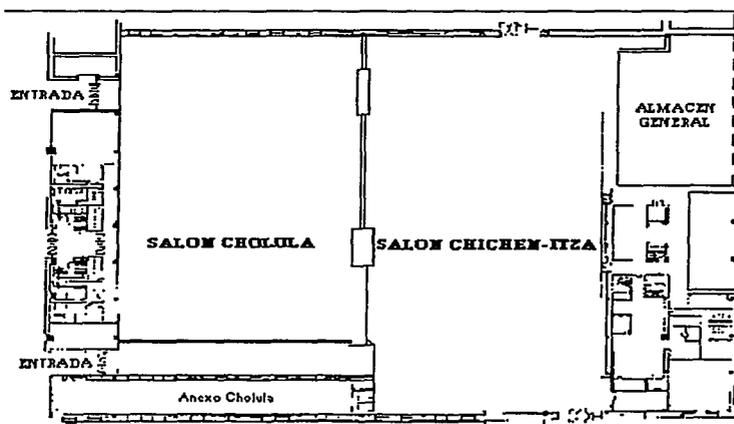

Salón Cholula

Divisible en 15 salas de conferencias desde 60 hasta 500 personas (tipo escuela). Divisiones con mamparas móviles sono-aislantes.

DATOS GENERALES

Dimensiones

4,032.18m².

Altura 3.50mts.

Servicios generales

- Aire Acondicionado
- Electricidad 110 y 220v.
- Tomas de Agua
- Sonido
- Sanitarios
- Cuarto oscuro
- Bodega
- Gabinetes contra incendio

Capacidad

- 15 Salas para conferencias
- Banquetes 3.000 personas
- Exhibición 240 stands 3x3m.

Facilidades

- Mamparas corredizas
- 3 Entradas
- Area de registro

Salón Chichen-Itza

Divisible en 12 salas de conferencias desde 60 hasta 500 personas (tipo escuela). Divisiones con mamparas móviles sono-aislantes.

DATOS GENERALES

Dimensiones

4,653.62m².

Altura 3.50mts.

Servicios generales

- Aire Acondicionado
- Electricidad 110 y 220v.
- Tomas de Agua
- Bodega
- Gabinetes contra incendio

Capacidad

- Banquetes: 3,000 personas
- Exhibición: 240 stands 3x3mts.
- 12 Salas de juntas

Facilidades

- Mamparas corredizas
- Anden de carga y descarga
- 2 accesos
- 3 Entradas laterales

PRIMER NIVEL

Gran Salón Teotihuacan

6,316.38Mts²., cancelería de aluminio y cristal de piso a techo, dando la facilidad de tener vistas hacia las terrazas y jardines.

DATOS GENERALES

Dimensiones

6,316.38m².

Altura 12mts.

Capacidad

Tipo Auditorio 10,000 personas

Tipo banquete 4,000 personas


Tipo exhibición 400 stands 3x3

Servicios generales

- Aire Acondicionado
- Electricidad de 110v y 220v.
- Tomas de Agua
- Salidas de audio
- Iluminación teatral
- Sanitarios
- Bodega

Facilidades

- Capacidad de carga en el piso de 1,200 Kgs. por m².
- Extinguidores dentro y fuera del salón
- Tribunas portátiles de aluminio para 2,000 personas
- Area de oficinas para congresistas
- 5 Accesos para camiones
- 5 Entradas de seguridad al norte
- 4 entradas al sur
- Entrada principal por el lobby

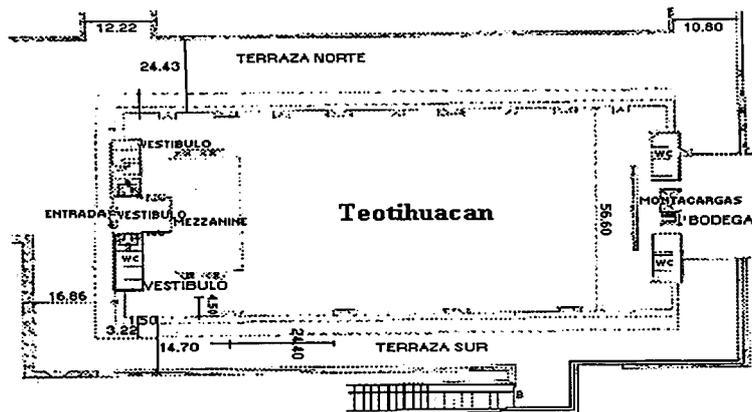

EDIFICIO No. II

Diseñado en 3 niveles

PLANTA BAJA

Cuenta con Lobby principal, Salas de Conferencias Taxco-Acapulco-Zihuatanejo, Tablado Andaluz, Zona Comercial, Agencias de Viajes, Telégrafos-Correos y Oficinas Administrativas.

PRIMER NIVEL

Se encuentran las Oficinas Generales del Centro Cultural y de Convenciones, Sala Mezcala, Sala Olinala, Sala Huitzuco, Tienda de Artesanías del Estado de Guerrero, Galería de Arte "Dolores Olmedo", cocinas de preparación de alimentos y la Plaza Mexicana.


Sala "Mezcala"

DATOS GENERALES

Dimensiones	Capacidad
180.01m ² .	
Altura 3.00mts.	150 Personas

Servicios Generales

- Electricidad
- Aire Acondicionado
- Teléfono
- Sonido
- Sanitarios

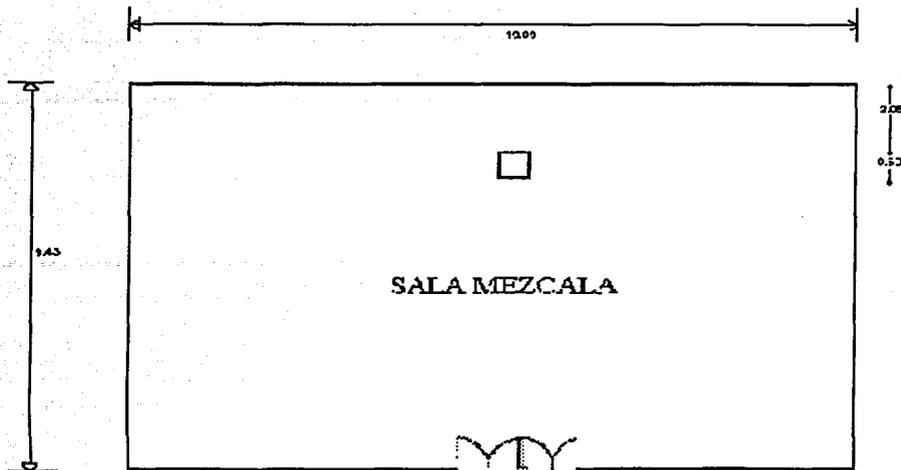

Sala "Olinala"

DATOS GENERALES

Dimensiones	Capacidad
254.99m ² .	250 Personas
Altura 3.15mts.	

Servicios Generales

- Electricidad
- Aire Acondicionado
- Teléfono
- Sonido



Sala "Huitzuco"


DATOS GENERALES

Dimensiones **Capacidad**
258.18m².

Altura 2.75mts. 250 Personas

Servicios Generales

- Electricidad
- Aire Acondicionado
- Teléfono
- Sonido
- Sanitarios

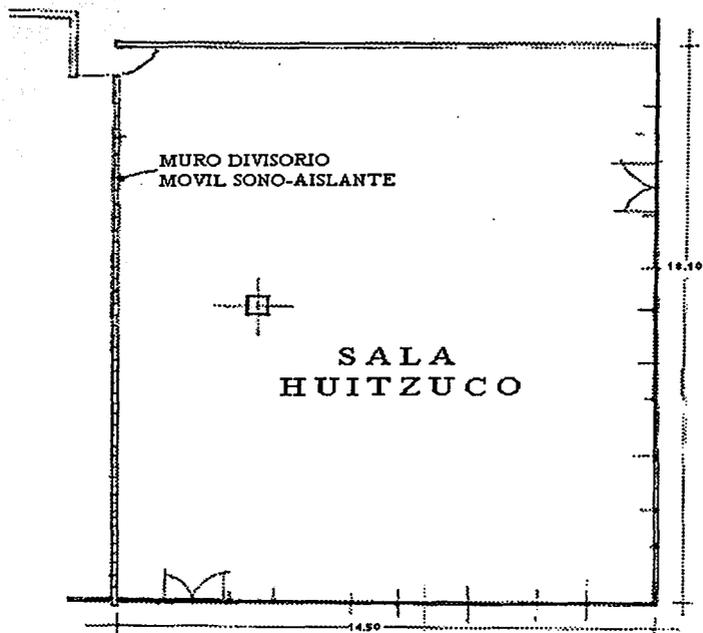

SEGUNDO NIVEL

Se localiza el Auditorio Chilpancingo, Salón Internacional, Sala la Venta, Restaurant el Cheff, Cocina de preparación de alimentos y la Terraza Veranda.

"Auditorio Chilpancingo"

DATOS GENERALES

Dimensiones **Capacidad**
338.95m². 270 Personas
Altura 5.47mts.

Servicios Generales

- Aire Acondicionado
- Electricidad
- Tomas de Agua
- Sanitarios
- Teléfono
- Proyector 16mm (Móvil)
- Proyector 35mm (Fijo)
- Sonido

Salón Internacional

Adecuado para shows espectaculares, conferencias y espectáculos.

DATOS GENERALES


Dimensiones **Capacidad**
370.53m². 300 Personas
Altura = 4.94mts.

Servicios Generales

- Electricidad
- Sonido
- Teléfono
- Aire Acondicionado
- Area de Recepción
- Camerinos
- Agua
- Sanitarios
- 2 Entradas principales
- 2 Extinguidores de polvo químico

Equipo de Iluminación

- 2 Seguidores con lampara HMI de 575w 120v. c/u
- 1 Consola de 36 canales
- 5 Bancos de Dimmer para 12 circuitos c/u
- 1 Banco de Dimmer con tablero de parcheo para 24 circuitos
- 1 Chasser (Memoria) de 8 canales para 30 escenas c/u (total 240 escenas)
- 1 Satélite con 12 lámparas de 50 W.

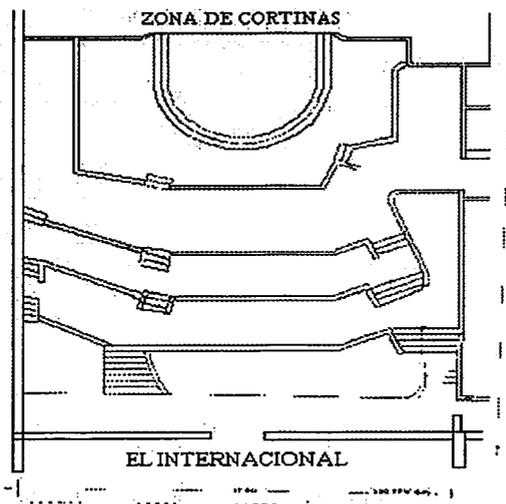


Sala "La Venta"
DATOS GENERALES

Dimensiones	Capacidad
186.73 m ² .	225 Personas
Altura 5.47mts.	

Servicios Generales

- Aire Acondicionado
- Electricidad
- Teléfono
- Sonido
- Cabinas de traducción simultanea
- Equipo Audiovisual
- Sanitarios

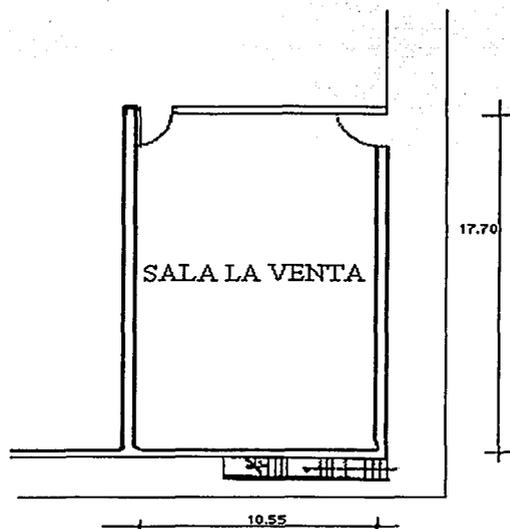

EDIFICIO No. III

Juan Ruiz de Alarcón

Con dimensiones de 83.90Mts. x 46.10 Mts.= 3,867.79Mts². y se encuentra el Teatro más funcional y mejor equipado de México, lleva el nombre del ilustre Dramaturgo Guerrerense nacido en Taxco de Alarcón, Gro.

Facilmente adaptable para todo tipo de eventos, conciertos, obras teatrales, conferencias, opera, cine y ceremonias de inauguración.

DATOS GENERALES

Dimensiones
Escenario de 12x7mts.
Altura 12mts.

Capacidad

- 1,200 Personas

Facilidades


- Plataforma de carga y descarga
- Salidas de emergencia
- Puertas de entrada y salida parte frontal
- Taquillas
- Pista Giratoria
- Mecanica teatral para plataformas elevables y expandibles.
- Sala para Entrevistas
- Sala Vip's

Servicios generales

- Aire Acondicionado
- Electricidad
- Sonido
- Tomas de Agua
- Teléfono
- 4 Camerinos para actores principales y
- 2 Generales
- 22 Extinguidores de fuego

Equipamiento

- Iluminación Teatral
- Consola de control de luces
- Casetas de Proyección
- Casetas de Traducción simultanea
- Proyector de peliculas de 35 mm.
- Concha Acustica
- Foso Orquestal

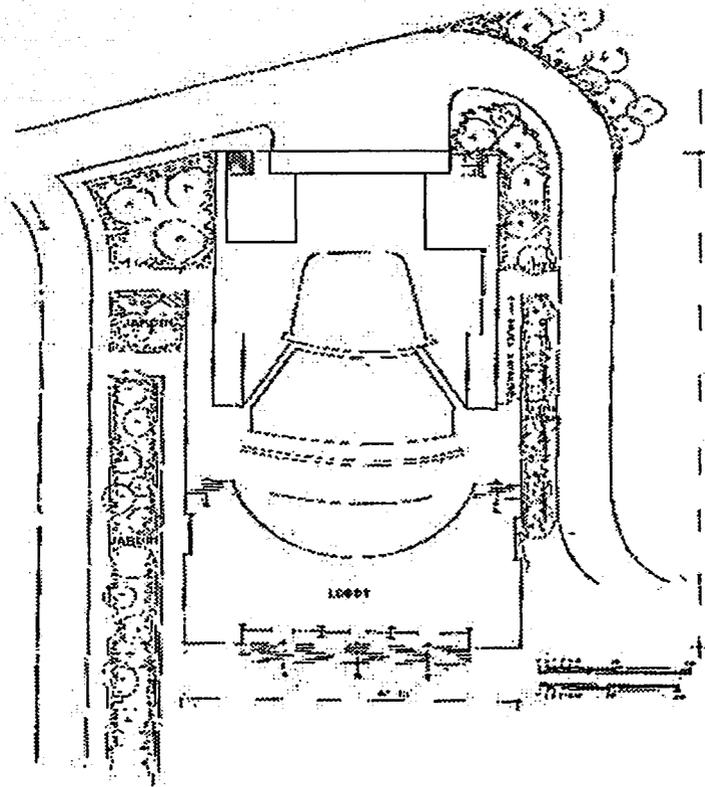

EDIFICIO No. IV

Teatro al Aire Libre Netzahualcoyotl

Este Edificio es un Teatro abierto que tiene un área equipada con sillas de fibra de vidrio y capacidad para 2,000 personas al aire libre, propio para celebrar una gran variedad de eventos.

DATOS GENERALES

Dimensiones

3,270.40m².

Capacidad

2,000 Personas

Facilidades


- Camerinos hasta para 50 actores
- Cuarto de Maquillaje
- 2 Entradas
- Una oficina
- Plataforma de carga y descarga

Servicios generales

- Electricidad
- Agua
- Sanitarios
- Teléfono
- Sonido
- Proyección de películas
- Extinguidores

Equipo de Iluminación

- Caseta de Proyección e Iluminación
- Proyector de películas de 35 mm.

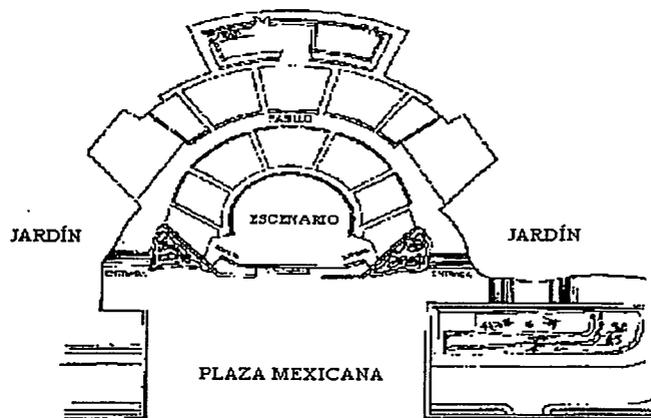

CENTRO DE CONVENCIONES Y EXPOSICIONES.

**CENTRO DE CONVENCIONES Y
EXPOSICIONES WTC.**



WORLD TRADE CENTER
110 WALL STREET, NEW YORK, N.Y. 10038

TIPOS DE MONTAJE



AUDITORIO



CONFERENCIA



ESCUELA



MESA REDONDA



MESA IMPERIAL




MESA TIPO "U"


Faltan las Páginas


3 8 a 39

MEZZANINE

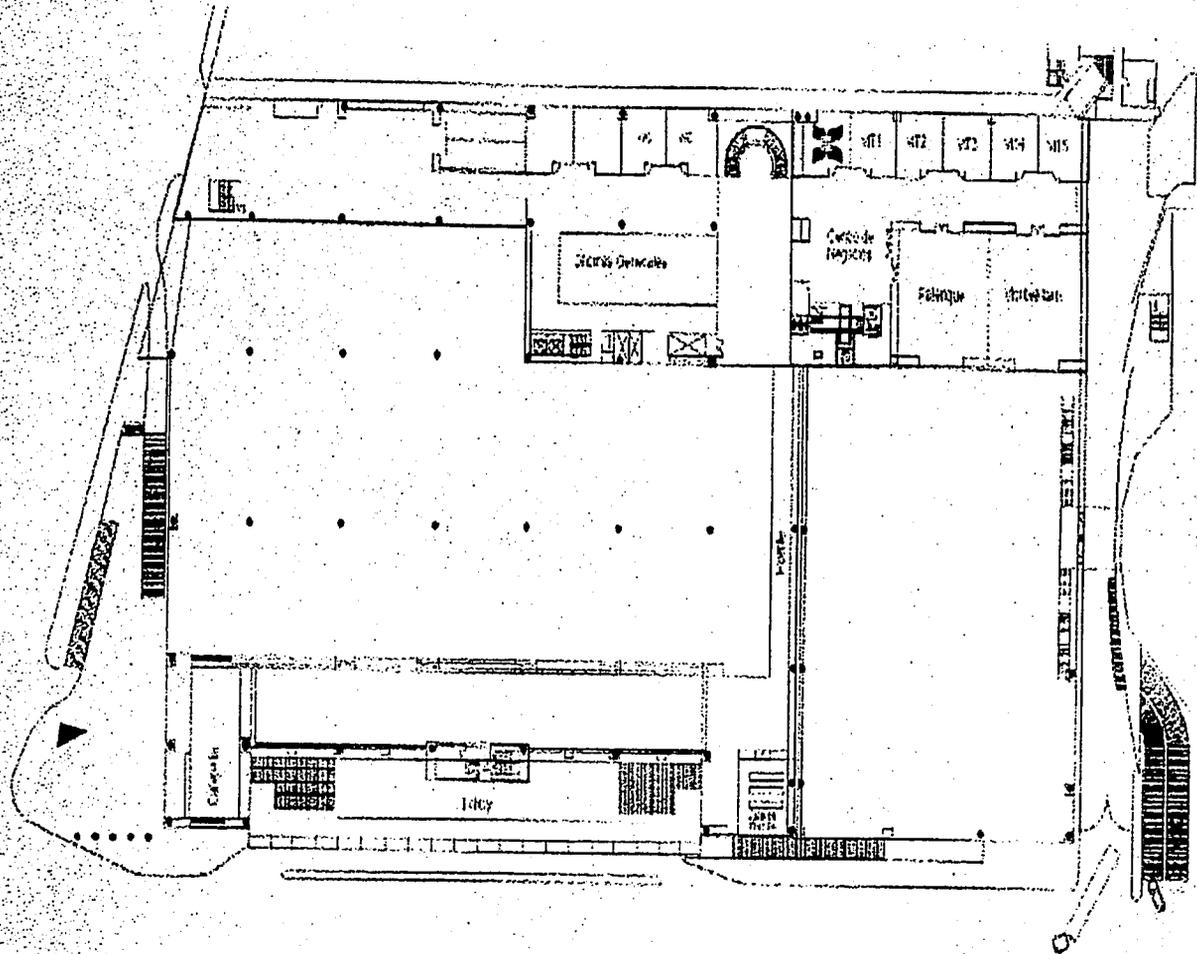

SEGUNDO NIVEL

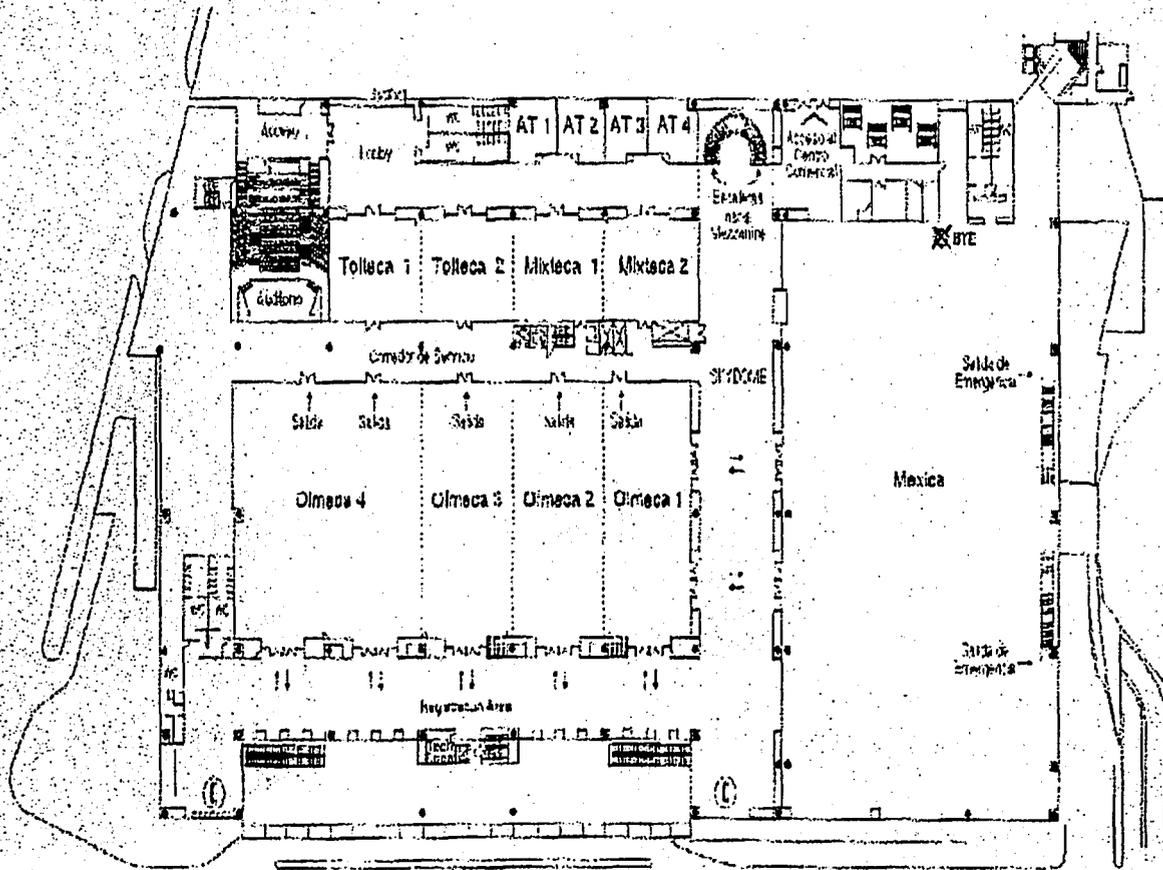

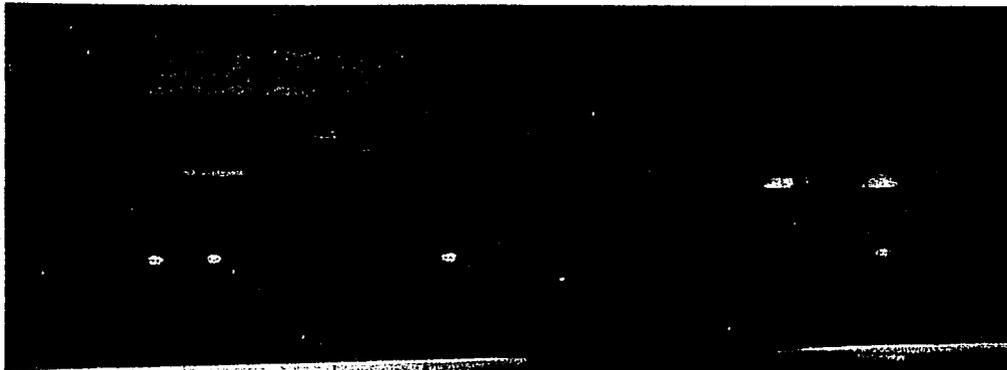


1. vestíbulo de acceso.






3. vestibulo de auditorio.

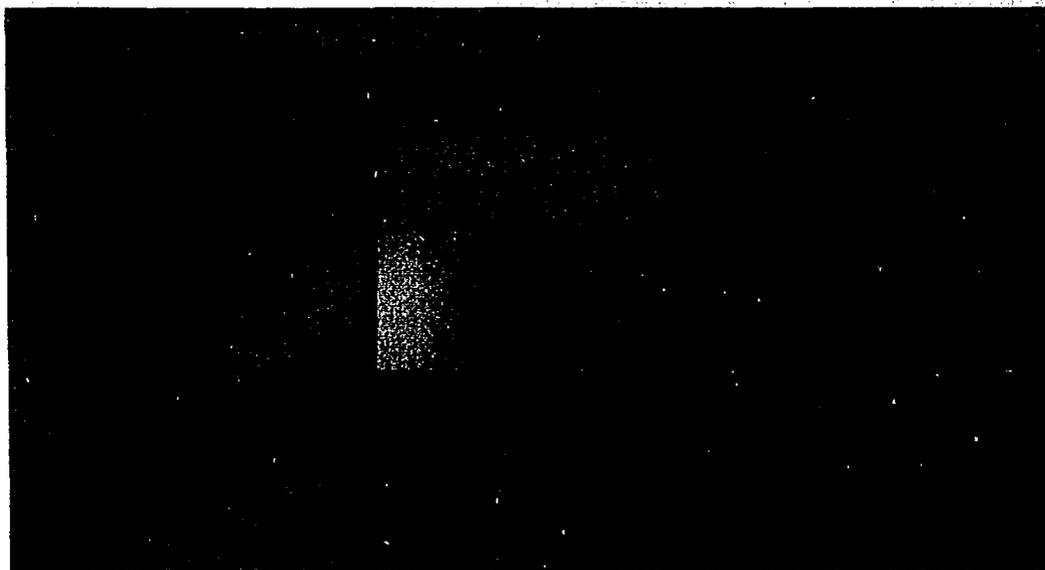


4. estrado del auditorio.

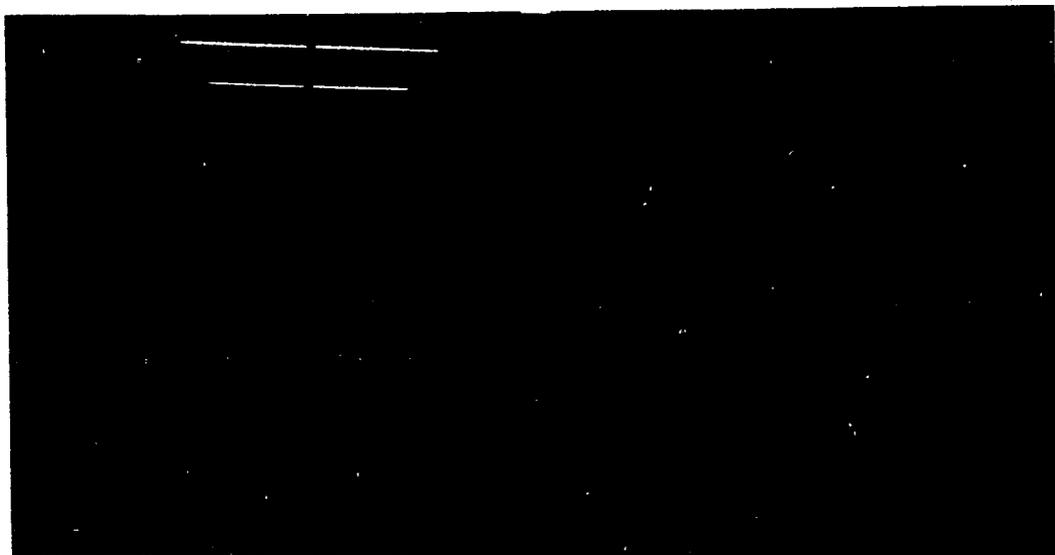

5. zona de servicios.



6. montacargas.

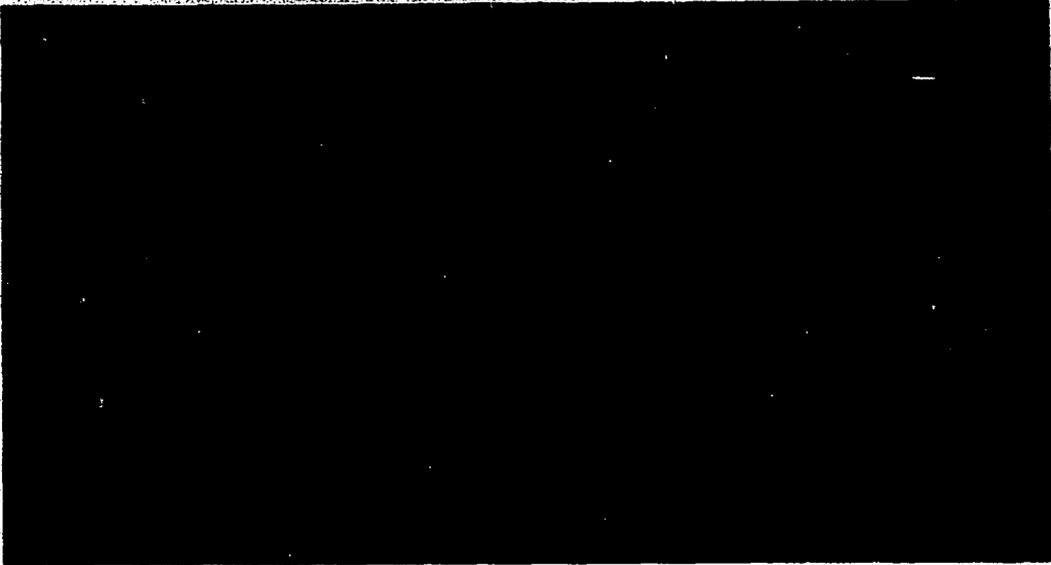


7. pasillo principal.



8. sanitarios.

PRIMER NIVEL

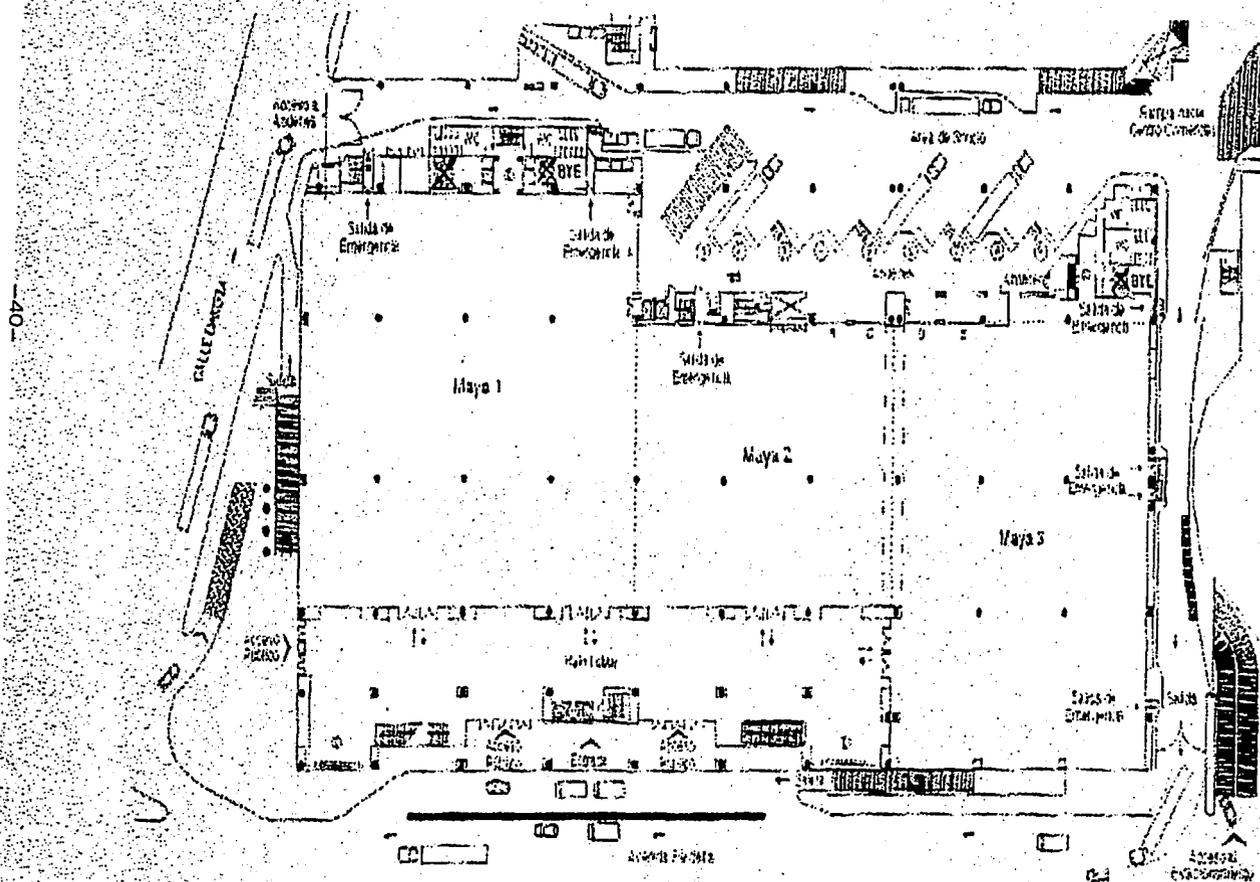

REQUERIMIENTOS.

I. EQUIPO INTERNO.

Mamparas, tarimas, equipo audio visual, (proyectores de acetatos, cuerpos opacos, carrusel, pantalla eléctrica, rota folio, luz y sonido, micrófonos, centro de negocios, fax, computadoras, Internet, sistema secretarial, etc.

II. MOBILIARIO PARA AUDITORIO Y SALÓN DE TRABAJO.

Sillas plegables, mesas rectangulares individuales, escritorio, credencia, mesas de apoyo, material, sala de proyección, bodega, camerinos, etc.

III. MOBILIARIO PARA BANQUETES.

Sillas plegables, mesas redondas para 10 personas, mantelería, mesas de apoyo, etc.

REQUERIMIENTOS PARA CADA SALA:

Estrado móvil de madera para ubicar la mesa de conductor (3.50 x 1.40 m).
Pizarrón fijo o en caballete (2.50 x 1.10 m).
Pantalla de proyección con carrusel, retroproyector, cañón de videos, etc.
Mesa para apoyar aparatos de proyección.
Mesa de apoyo para bocadillos.
Sala de descanso para intermediarios.

SERVICIOS:

Sanitarios para hombres y mujeres.
Vestíbulo y recepción con barra de atención al público y área de estar.
Teléfono y fax público.
Sala de cómputo.
Enfermería con escritorio, dos camillas y toilet.
Cuarto de máquinas.
Intendencia.

AREA DE BANQUETES:

Las salas para banquetes deberán contener:
Mesas redondas para seis personas (diámetro 1.6 m) cada una.
Estrado móvil para espectáculos y música con altura de 1m.

COCINA:

Área de recepción y guardado de alimentos.
Área de preparación, cocción, servicio de alimentos y bebidas.
Área de depósito, guardado y guardado de material, vajilla, cubiertos y vasos.
Deposito de basura.
Sanitarios y vestidores del personal.

SERVICIOS GENERALES:

Oficina del administrador y secretaria.
Vestíbulo de acceso con control.
Guardarropa.
Teléfonos públicos.
Estacionamiento.
Cuarto de máquinas.

CENTRO DE CONVENCIONES Y EXPOSICIONES.

PROGRAMA ARQUITECTÓNICO.

CENTRO DE CONVENCIONES Y EXPOSICIONES.

PROGRAMA ARQUITECTÓNICO. CENTRO DE CONVENCIONES Y EXPOSICIONES, LEÓN, GTO.

ÁREA CUBIERTA:

ZONA DE CONVENCION Y EXPOSICIÓN:

1. 6 SALAS DE 150 M2 PARA 80 PERSONAS CON POSIBILIDAD DE INTEGRACIÓN.	6X150= 900
2. 1 SALA DE 1500 M2 PARA EXPOSICIONES.	1500
3. VESTÍBULO PRINCIPAL.	400
4. SANITARIOS HOMBRES.	20
5. SANITARIOS MUJERES.	20
6. 1 AUDITORIO PARA 1000 PERSONAS.	800
7. SANITARIOS AUDITORIO, HOMBRES 20M2 MUJERES 20M2.	40
8. CAMERINOS HOMBRES.	15
9. CAMERINOS MUJERES.	15
10. VESTÍBULO DE AUDITORIO.	180

ZONA DE OFICINAS:

11. 2 OFICINAS DE 40 M2.	80
12. 1 OFICINA DE 65 M2.	65
13. 2 SALAS DE JUNTAS PARA 12 PERSONAS	80
14. VESTÍBULO DE OFICINAS.	55
15. CUARTO DE IMPRESIÓN.	15
16. SANITARIOS OFICINAS.	40
17. COCINETA.	15
18. ZONA DE TRABAJO.	160

ZONA DE SERVICIOS:

19. COCINA.	350
20. BODEGA COCINA.	30
21. CAFETERIA.	650
22. PLANTA DE TRATAMIENTO DE AGUA.	60
23. SUBESTACIÓN ELÉCTRICA.	30
24. CUARTO DE MAQUINAS.	40

25. CUARTO DE MONITOREO.	15
26. CASETA DE VIGILANCIA.	25
27. VESTÍBULO DE SERVICIO.	10
28. TELEFONOS PUBLICOS.	.

ZONA DE CIRCULACIONES:

29. ESCALERAS.	
30. TAQUILLA.	10
31. CIRCULACIONES 20%.	
TOTAL DE M2 CONSTRUIDOS =	5580

AREAS DESCUBIERTAS:

32. JARDINES.	
33. ESTACIONAMIENTO.	420X25 = 10500

RESUMEN DE AREAS:

ÁREA DE DESPLANTE COSTRUIDA.	5580
ÁREA DE CIRCULACIONES.	1116
ÁREA DE ESTACIONAMIENTO.	10500
ÁREA DE JARDINES.	<u>22804</u>
TOTAL.	40000
ÁREA DEL TERRENO.	40000

CONCEPTO.

CONCEPTO.

El concepto parte de la idea de generar espacios donde se integren de manera visual y / o física el exterior con el interior. Para esto pretendo que mi edificio conste de dos partes: la primera tres edificios, uno que contenga el área de exposición con una doble altura, el área de cocina y cafetería (todo esto en un solo nivel).

El área de oficinas, y las aulas magnas para convenciones se ubicaran en un segundo edificio. Dentro de estos edificios pero en sótanos pretendo ubicar parte del estacionamiento.

Estos edificios deberán tener materiales que permitan la total visibilidad al exterior, así como la posibilidad de meter los jardines al mismo edificio.

Al fondo de los edificios pretendo tener un cuerpo que sirva de eje y de remate del acceso principal al conjunto y que le dé dinamismo al conjunto. El auditorio estará contenido en este edificio.

La composición y disposición de los distintos elementos estarán sujetas a las orientaciones y la creación de un eje bien definido que lo conformaran: el volumen principal, el acceso al conjunto y un tercer elemento vertical apartado del edificio que contendrá algún elemento escultórico.

La parte que corresponde a servicios como: cuarto de maquinas, plantas de emergencia y tratamiento de aguas, cisternas, etc.; también estarán alojadas en los sótanos del edificio principal.



Los accesos y salidas al terreno estarán ubicados por el Blv. Principal Vicente Valtierra y la calle San Manuel.

CENTRO DE CONVENCIONES Y EXPOSICIONES.


PROYECTO.

INDICE DE PLANOS:

PLANO DE CONJUNTO	CN-01	CORTES INSTALACIÓN HIDRO-SANITARIA	IS-02
ARQUITECTÓNICO DE CONJUNTO	CN-02	INSTALACIÓN ELÉCTRICA	IE-01
CONJUNTO CON EJES	CN-03	INSTALACIÓN ELÉCTRICA -USOS MÚLTIPLES	IE-02
ARQUITECTÓNICO EDF 1	AR-01	INSTALACIÓN ELÉCTRICA -COCINA Y BAÑOS	IE-03
ARQUITECTÓNICO EDF 2	AR-02	INSTALACIÓN ELÉCTRICA -CAFETERIA	IE-04
ARQUITECTÓNICO EDF 3	AR-03	INSTALACIONES ESPECIALES	IES-01
AZOTEAS	AR-04	ALBAÑILERIA	AL-01
CORTES ARQUITECTÓNICOS	CT-01	ACABADOS	AC-01
FACHADAS ARQUITECTÓNICAS	F-01	ACABADOS -USOS MÚLTIPLES	AC-02
CIMENTACIÓN	CM-01	ACABADOS -COCINA	AC-03
DETALLES DE CIMENTACIÓN	DC-01	ACABADOS -SANITARIOS 1	AC-04
ESTRUCTURA	E-01	ACABADOS -SANITARIOS 2	AC-05
DETALLES DE ESTRUCTURA	DE-01	ACABADOS CAFETERIA	AC-06
DETALLES DE ESTRUCTURA	DE-02	CANCELERIA	C-01
DETALLES CONSTRUCTIVOS	DCF-01	CANCELERIA 1	C-02
CORTE POR FACHADA 1	CF-01	CANCELERIA 2	C-03
CORTE POR FACHADA 2	CF-02	DETALLES DE CANCELERIA	DC-01
CORTE POR FACHADA 3	CF-03	CARPINTERIA	CR-01
CORTE POR FACHADA 4	CF-04	CARPINTERIA 1	CR-02
INSTALACIÓN HIDRÁULICA	IH-01	CARPINTERIA 2	CR-03
INSTALACIÓN SANITARIA	IS-01	CERRAJERIA	CJ-01


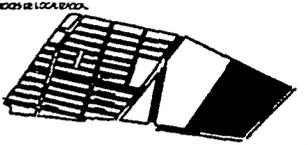
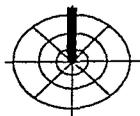
	
CORTES DE LOCALIDAD	
	
TÍTULO	
PROYECTO: CENTRO DE CONVENCIONES Y EXPOSICIONES	
URUBORÁ EN EL BLVD. JOSÉ MA. MORELOS, EN EL MONTE VALERIO Y CALLE SAN MARCEL, CO. QUINDÍO DEL DEPTO. QUINDÍO	FECHA: 05 - 04 - 02
ALUMNO MAURICIO SANCHEZ RAMIREZ	CLASE
ASESORES M. EN ARQ. JORGE GULLIANO ARQ. MANUEL MEDINA ARQ. ERNESTO NATAREN DE LA ROSA	
ESCALA	ORIENTACIÓN 

TESIS PROFESIONAL

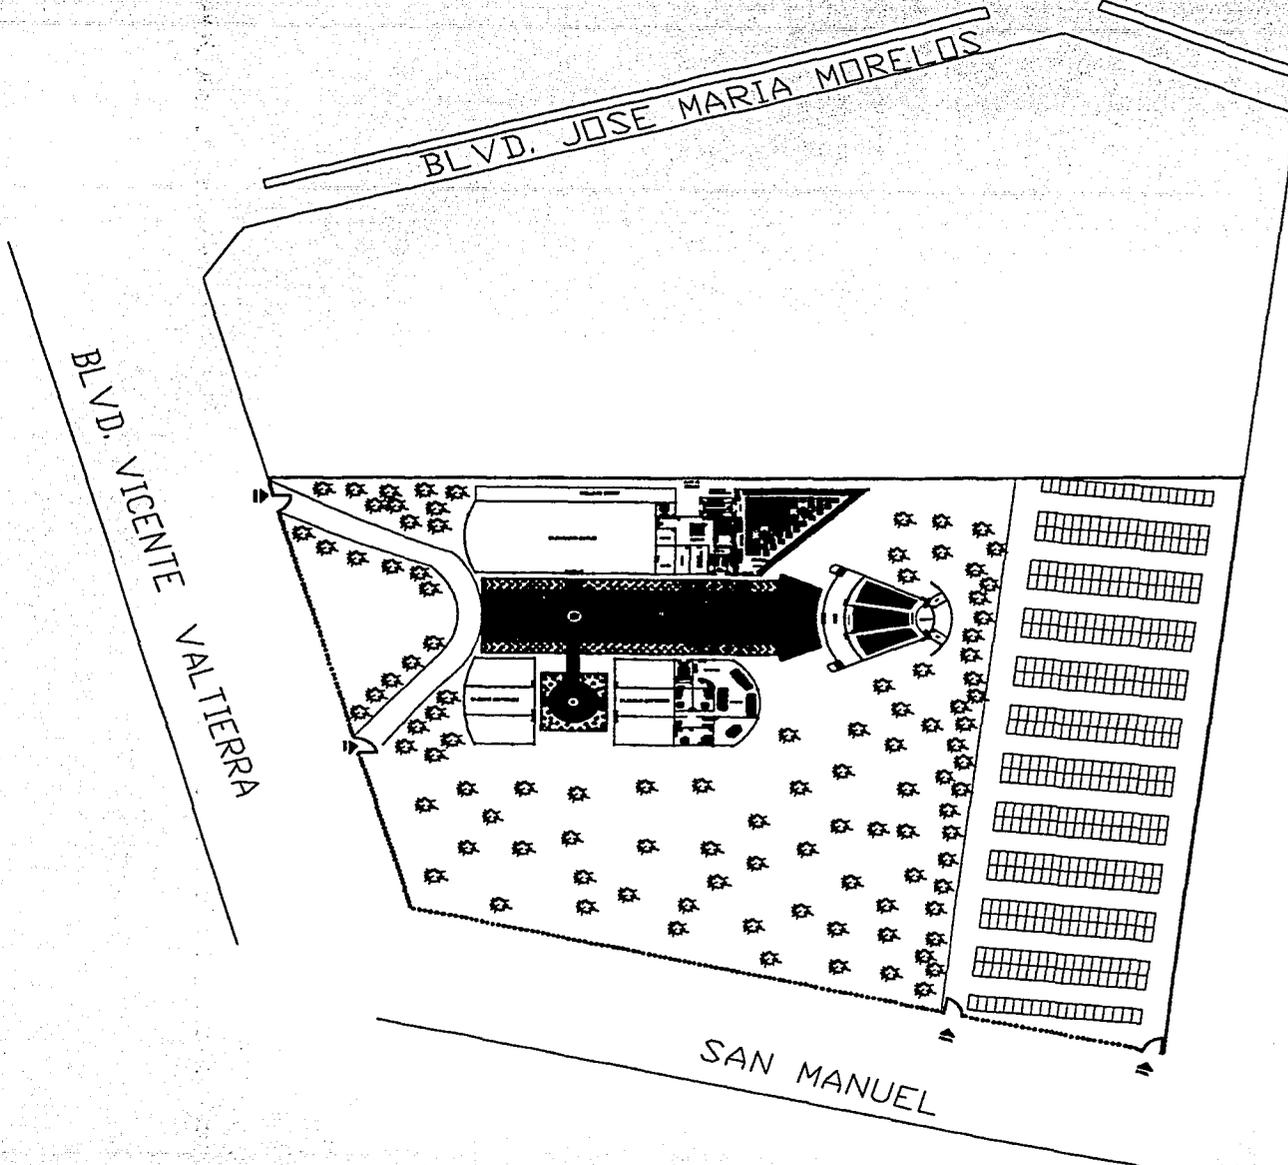

CARGO DE LOCALIDAD:	
URBE: COLLEJO	
PROYECTO: CENTRO DE CONVENCIONES Y EXPOSICIONES	
LUGAR: EN 3 BLV. JOSE MARIA MORELOS, 800 BLV. VICENTE VALTIERRA Y CALLE SAN MANUEL, COL. CURO FELIX GUILLAMO	FECHA: 05 - 04 - 02
AUTORE: MAURICIO SANCHEZ RAMIREZ	CLASIFICACION: CN-01
ASISTENTES: M. EN ARQ. JORGE GULLIANO ARQ. MANUEL MEDINA ARQ. ERNESTO NATAREN DE LA ROSA	
ESCALA: 	ORIENTACION:

TESIS PROFESIONAL

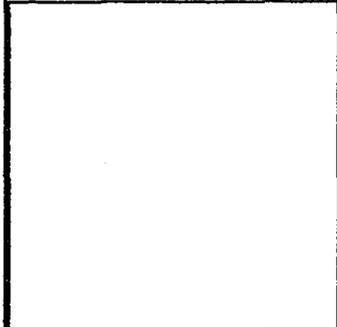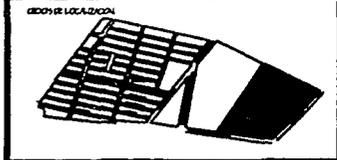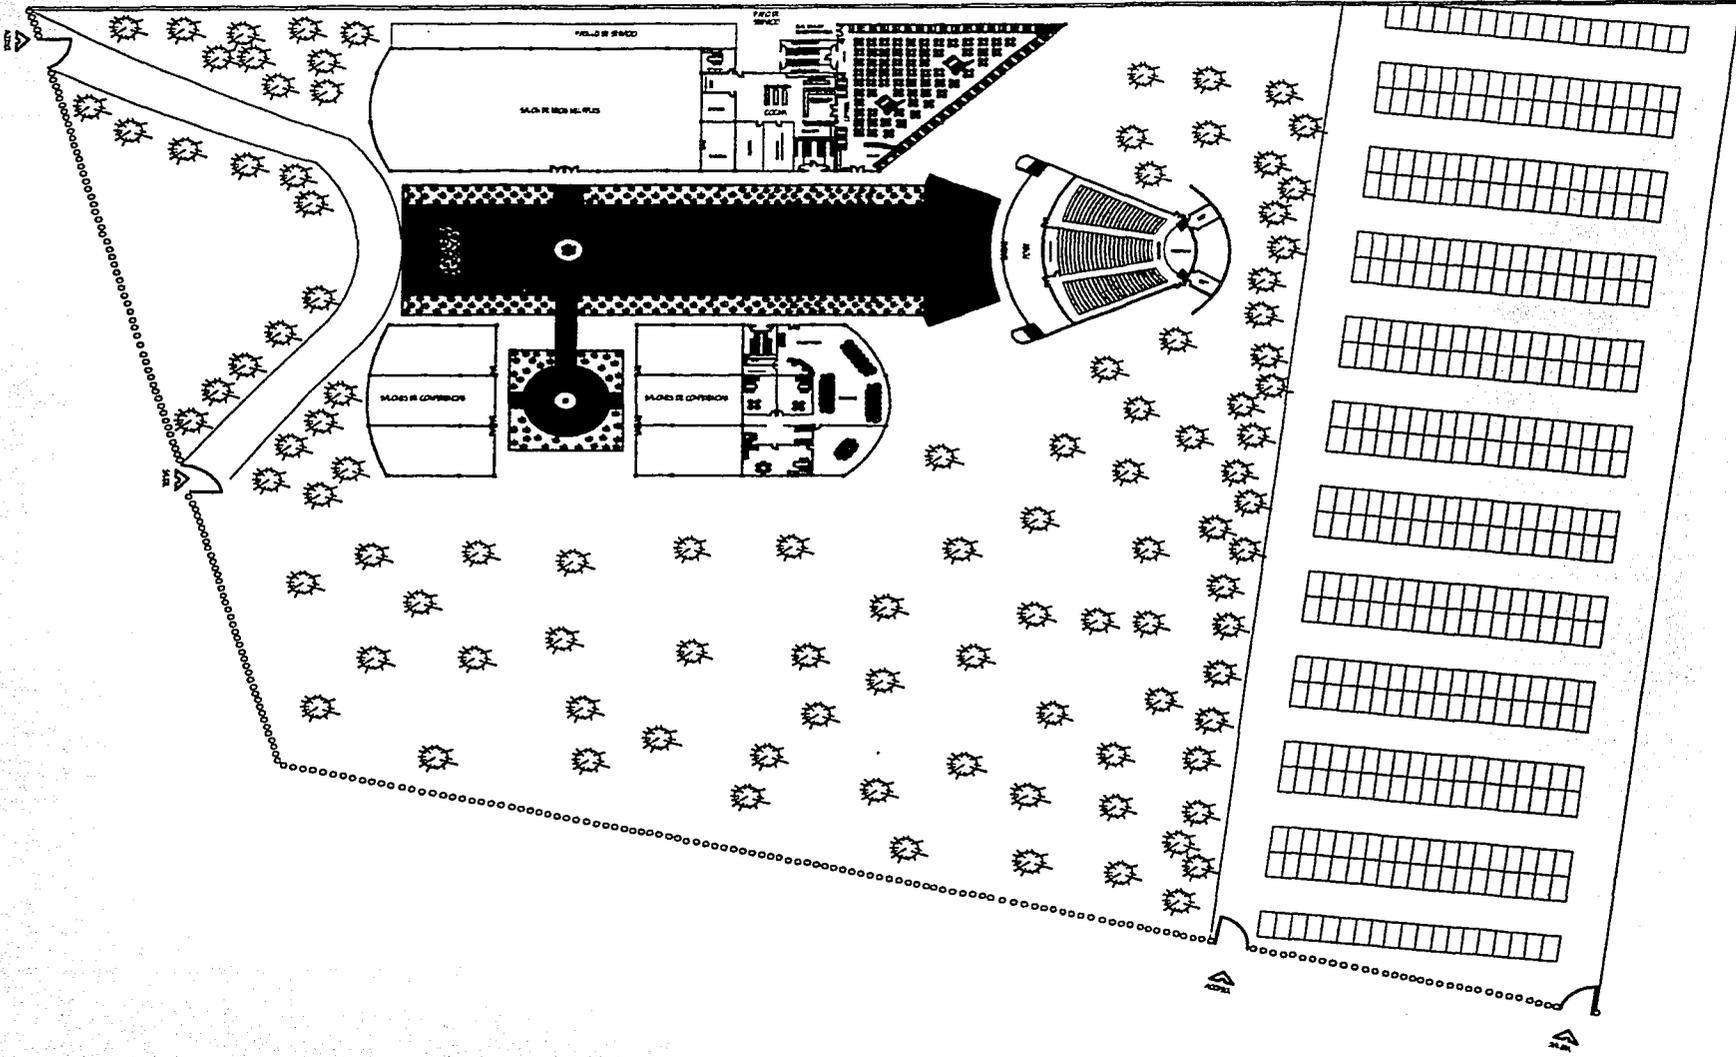




LUGAR: CONLINTO	
PROYECTO: CENTRO DE CONVENCIONES Y EXPOSICIONES	
FECHA: 05-04-02	PROY: 05-04-02
AUT: MAURICIO SANCHEZ RAMIREZ	CLAVE: CN-02

AUTORES:
 M. EN ARQ. JORGE CULLANO
 ARQ. MANUEL MEDINA
 ARQ. ERNESTO NATAREN DE LA ROSA


ESCALA: 	ORIENTACION:
-------------	------------------

TESIS PROFESIONAL

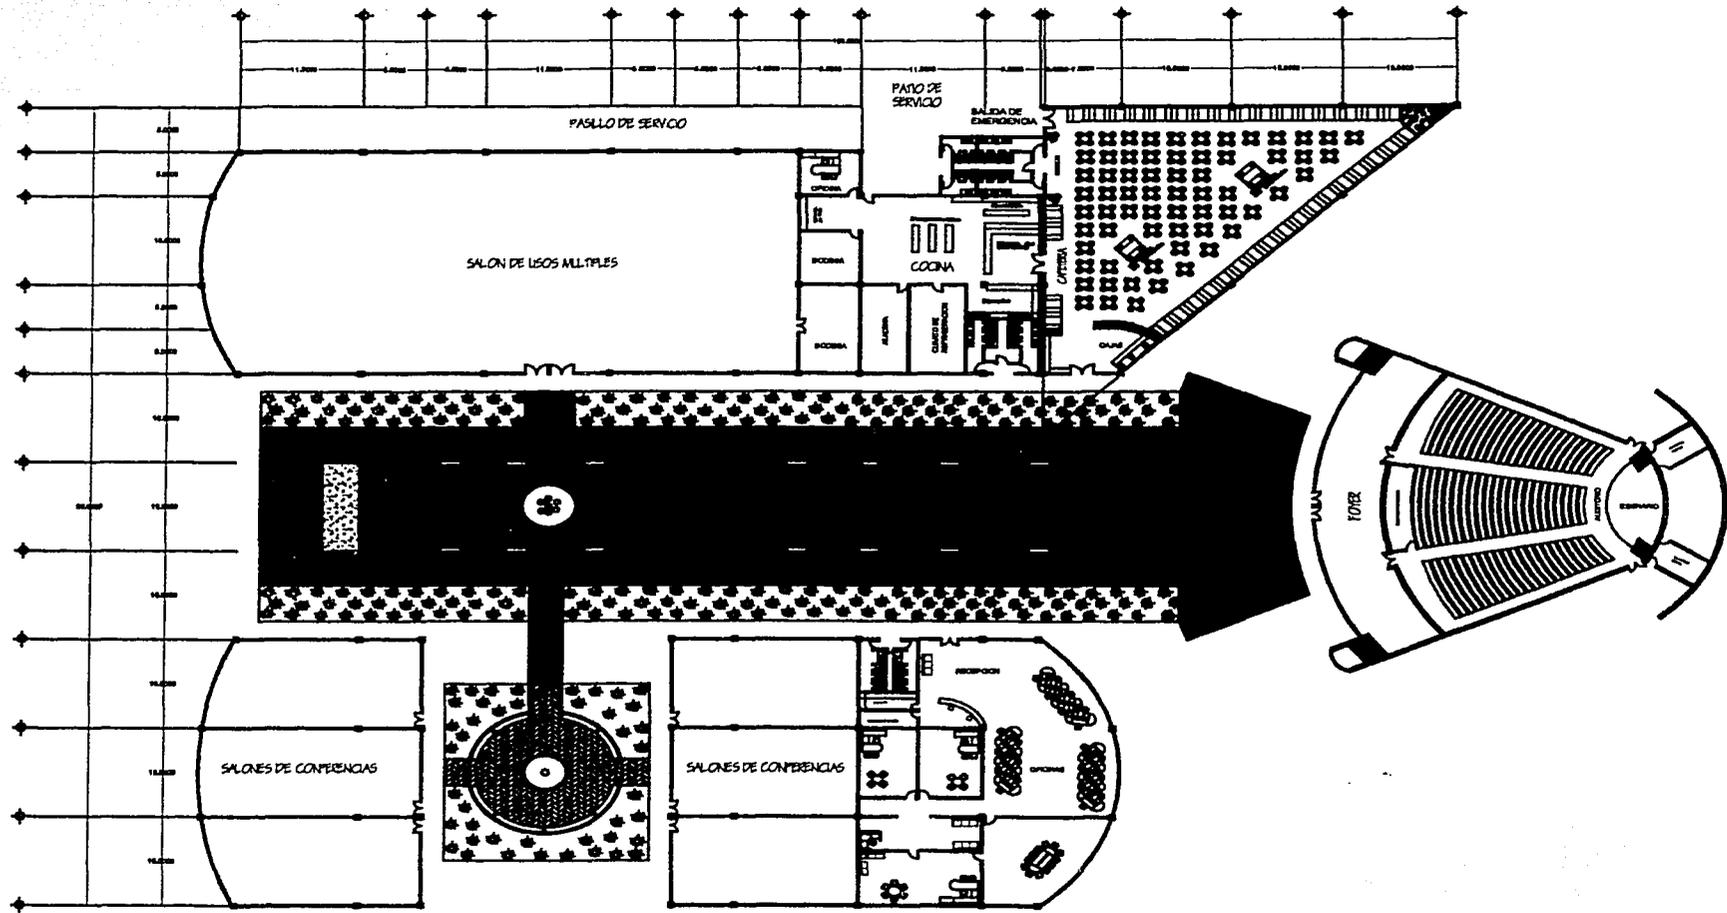

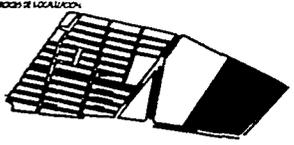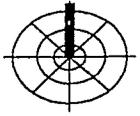
	
GRUPO DE LOCALIDAD	
	
PLANA CONJUNTO DE ES	
PROYECTO CENTRO DE CONVENCIONES Y EXPOSICIONES	
UBICACION CALLE SAN MARCELINO, ESQ. CALLE VECINDAD NUEVA Y CALLE SAN MARCELINO, CO. CALAPOTEL, LEON, GUANAJUATO	FECHA 05 - 01 - 02
AUTORA MAURICIO SANCHEZ RAMIREZ	CLAVE CN-03
ARQUITECTOS M. EN ARQ. JORGE OLLANO ARQ. MANUEL MEDINA ARQ. ERNESTO NATAREN DE LA ROSA	
ESCALA 1:100	ORIENTACION 

TESIS PROFESIONAL

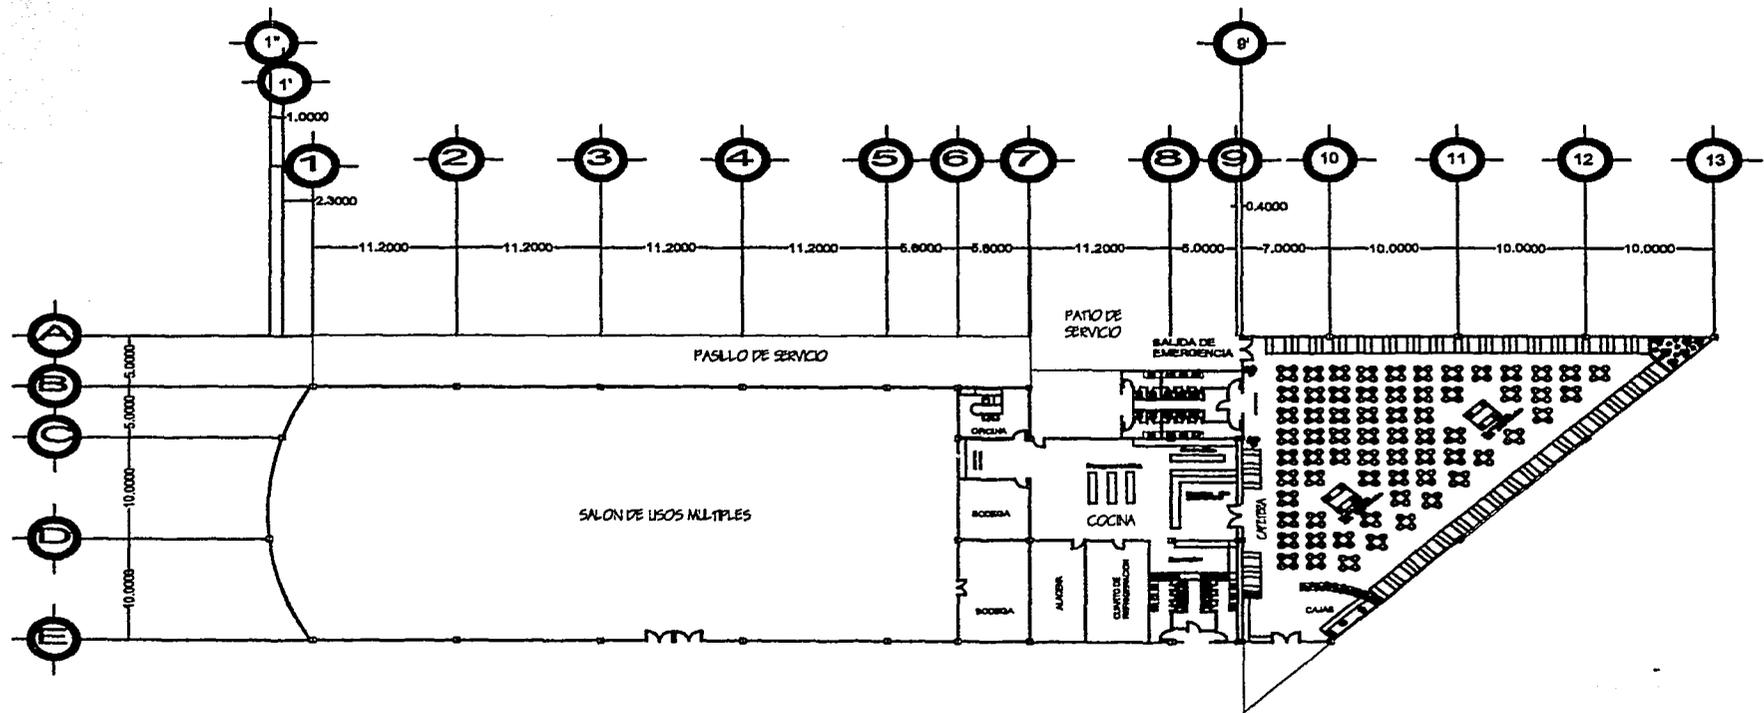


<p>PROYECTO DE GRADUACION</p>	
<p>MADE: ARQUITECTONICO EDIFICIO 1</p>	
<p>RECTOR: CENTRO DE CONVENCIONES Y EXPOSICIONES</p>	
<p>MADE: MAURICIO SANCHEZ RAMIREZ</p>	<p>FECHA: 05 - 04 - 02</p>
<p>ABRIG: MAURICIO SANCHEZ RAMIREZ</p>	<p>CLASE: AR-01</p>
<p>REVISOR:</p> <p>M. EN ARQ. JORGE CULLANO</p> <p>ARQ. MANUEL MEDINA</p> <p>ARQ. ERNESTO NATAREN DE LA ROSA</p>	
<p>ESCALA:</p>	<p>ORIENTACION:</p>

TESIS PROFESIONAL

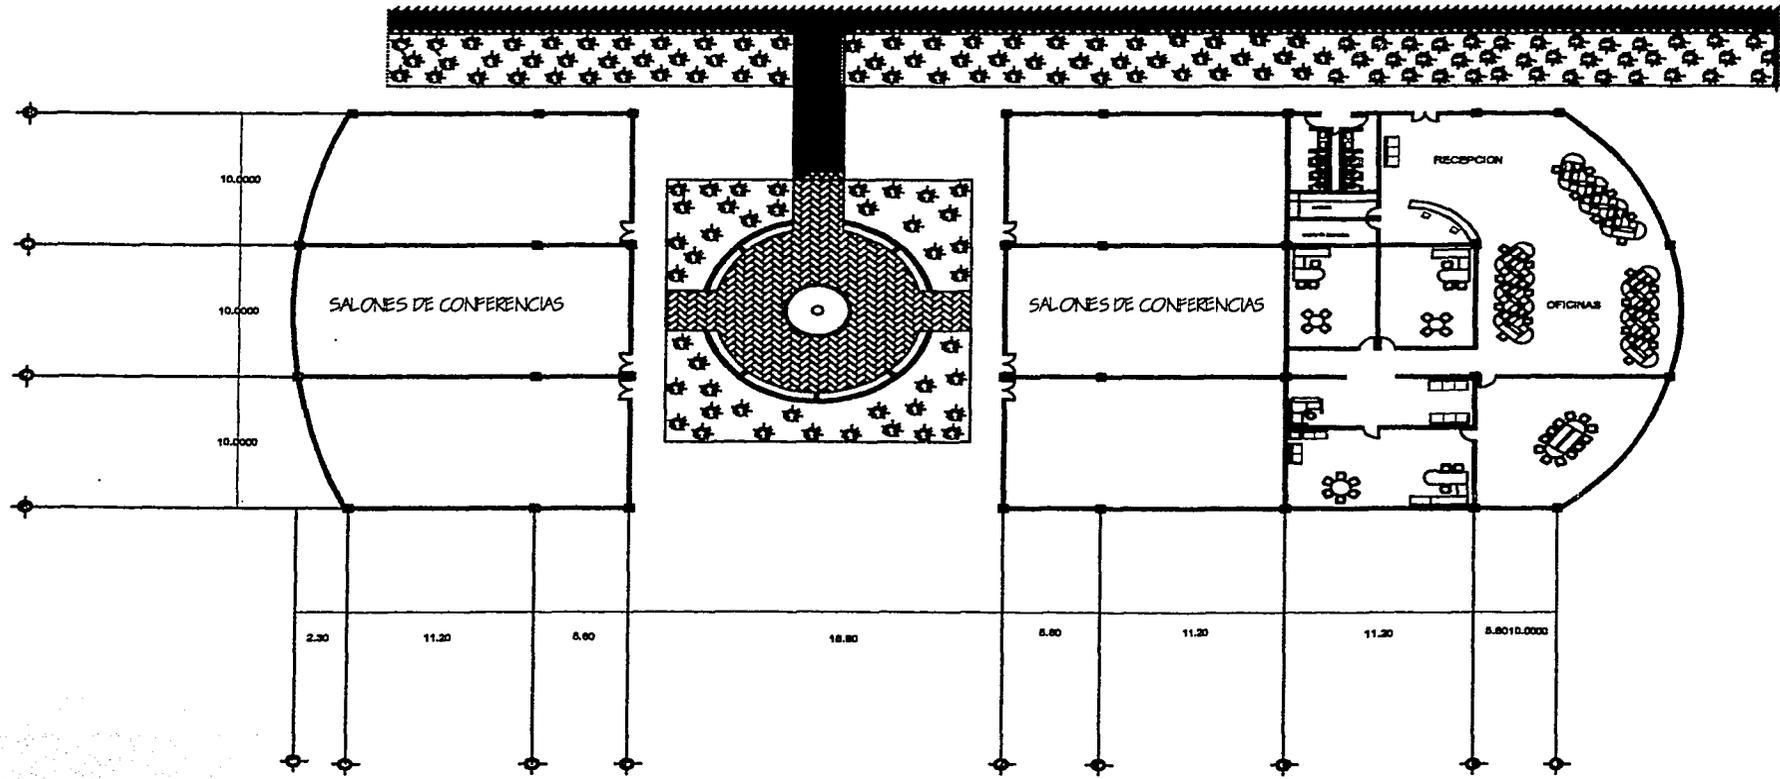


CICLOS DE LOCALIDAD	
TITULO: ARQUITECTONICO EDIFICIO 2 PROYECTO: CENTRO DE CONVENCIONES Y EXPOSICIONES UBICACION: CAL 8 SUR, JOSE MA MORELOS 800 SUR VEINTE Y UNTERA Y CALLE SAN ANTONIO, COL. CLAYTON DEL LAGO GUAYALLANDI FECHA: 05-04-02	
ALUMNO: MAURICIO SANCHEZ RAMIREZ	CLAVE: AR-02
ASISTENTES: M. EN ARQ. JORGE GULLIANO ARQ. MANUEL MEDINA ARQ. ERNESTO NATAREN DE LA ROSA	
ESCALA: 1:100	ORIENTACION:

TESIS PROFESIONAL

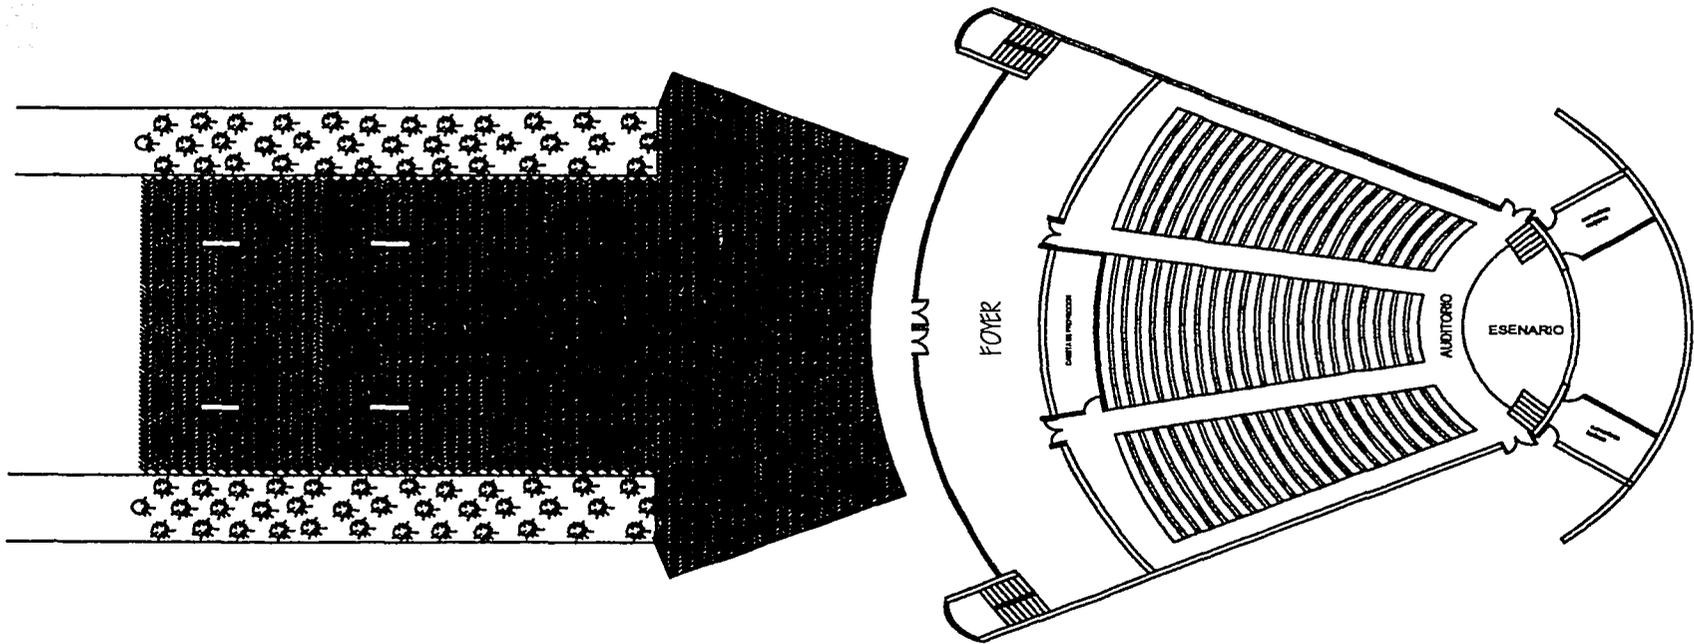

<p>PROYECTO: ARQUITECTÓNICO EDIFICIO 3</p> <p>PROYECTO: CENTRO DE CONVENCIONES Y EXPOSICIONES</p> <p>UBICACIÓN: EN 8 Y AV. LOS MAHUELOS, PISO 8 Y: MEDIANEVA 8000 Y CALLE SAN MAURICIO, COL. GUAYO DEL LAGO, GUAYMA, C.R.</p> <p>FECHA: 05 - 04 - 02</p> <p>AUTORA: MAURICIO SANCHEZ RAMIREZ</p> <p>CLASE: AR-03</p> <p>ASESORES: M. EN ARQ. JORGE CULLIANO ARQ. MANUEL MEDINA ARQ. ERNESTO NATAREN DE LA ROSA</p> <p>ESCALA: 1:100</p> <p>ORIENTACIÓN: </p>	

TESIS PROFESIONAL

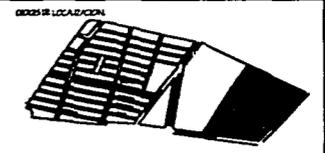



PLANO	
AZOTEAS EDIFICIO 1	
PROYECTO	
CENTRO DE CONVENCIONES Y EXPOSICIONES	
DISEÑO POR: M. EN ARQ. JORGE GUAYANO, M. EN ARQ. MANUEL MEDINA Y M. EN ARQ. ERNESTO NATARÉN DE LA ROSA	FECHA 05-04-02
ARQUITECTO MAURICIO SANCHEZ RAMIREZ	CLAVE AR-04

REVISOR
 M. EN ARQ. JORGE GUAYANO
 ARQ. MANUEL MEDINA
 ARQ. ERNESTO NATARÉN DE LA ROSA


ESCALA 	ORIENTACION
------------	-----------------

TESIS PROFESIONAL

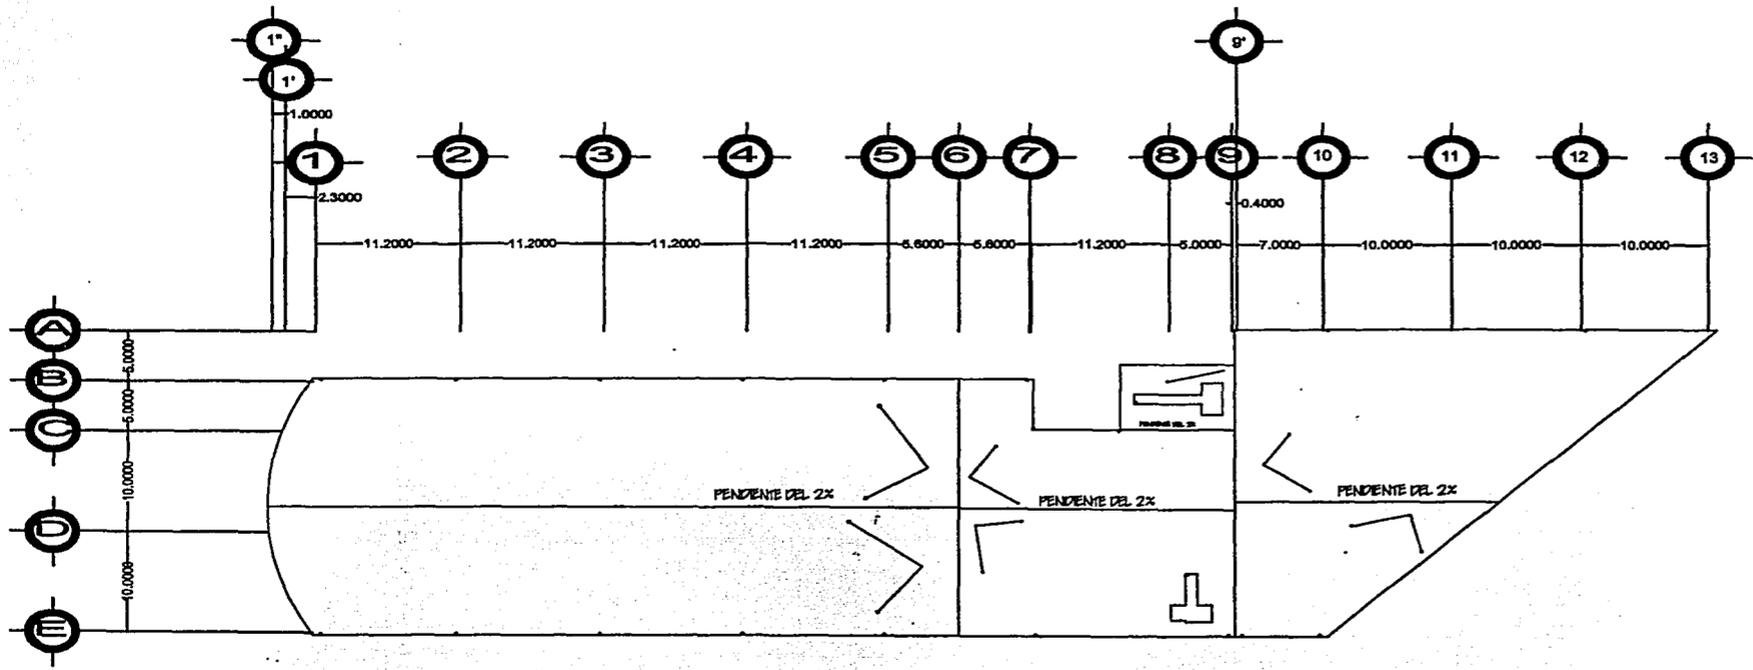


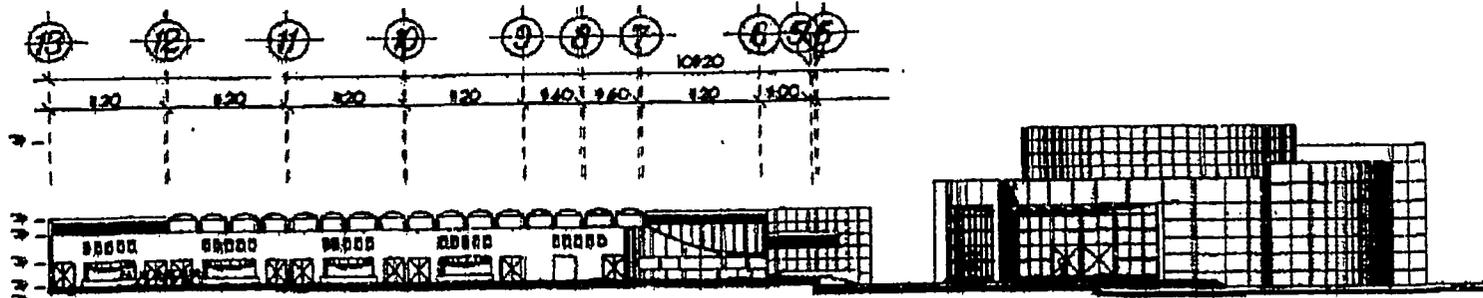

CORTE LATERAL

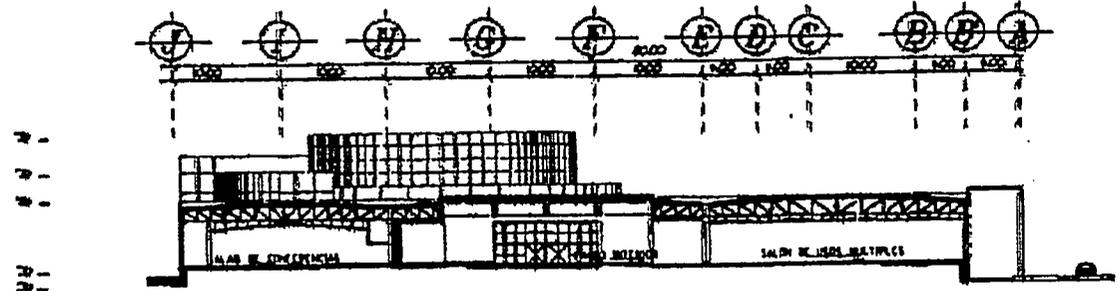


CORTE FRONTAL

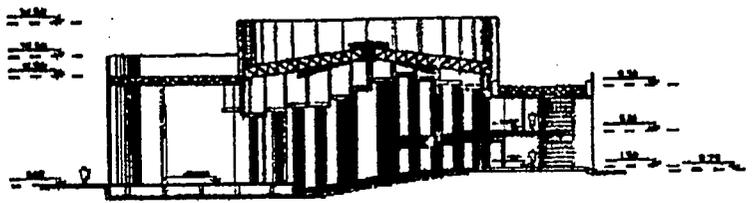


CORTE AUDITORIO

<p>FORMA: CORTES ARQUITECTONICOS</p> <p>PROYECTO: CENTRO DE CONVENCIONES Y EXPOSICIONES</p> <p>UBICACION: CALLE 9 BLVD. JOSE MA MORELOS, ESQ. BLVD. VEINTE Y NUEVE Y CALLE SAN MARTIN, COL. CENTRO PUEBLO, LEON GUERRERO, COAHUILA DE ZARAGOZA</p> <p>FECHA: 05 - 04 - 02</p> <p>ARQUITECTO: MAURICIO SANCHEZ RAMIREZ</p> <p>CLASIFICACION: CT-01</p> <p>ASISTENTES: M. EN ARD. JORGE CILLANO ARD. MANUEL MEDINA ARD. ERNESTO NATAREN DE LA ROSA</p> <p>ESCALA: </p> <p>ORIENTACION: </p>	


TESIS PROFESIONAL

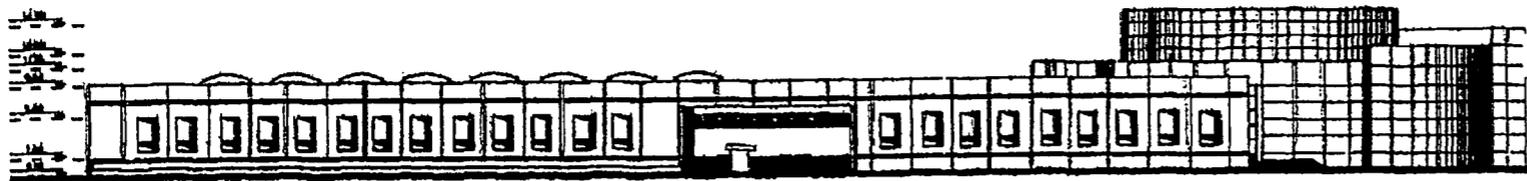

FACHADA LATERAL
VISTA DE CALLE

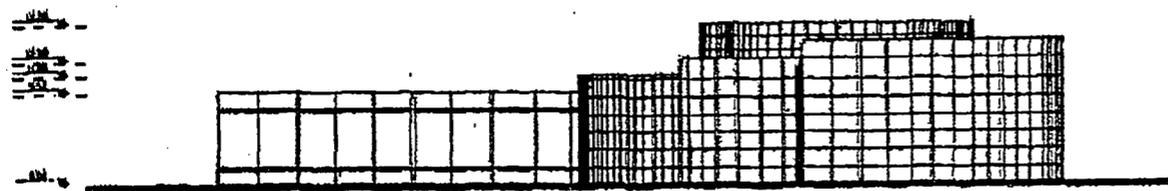

FACHADA PRINCIPAL
VISTA DE CALLE

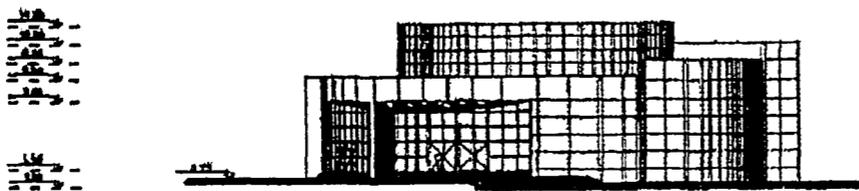

FACHADA AUDITORIO
VISTA INTERIOR DE PLAZA

<p>UNIVERSIDAD NACIONAL DE SAN MARCOS</p>	
<p>PLANO</p>	
<p>PROYECTO CENTRO DE CONVENCIONES Y EXPOSICIONES</p>	
<p>DIRECCION CALLE SAN MARCOS, 1001, LIMA, PERU</p>	<p>FECHA 05 - 04 - 02</p>
<p>AUTORA MAURICIO SANCHEZ RAMIREZ</p>	<p>CLASE F-01</p>
<p>ASESORES M. EN ARQ. JORGE CILLANO ARQ. MANUEL MEDINA ARQ. ERNESTO NAFAREN DE LA ROSA</p>	
<p>ESCALA</p>	<p>ORIENTACION</p>

TESIS PROFESIONAL

MEMORIAS DESCRIPTIVAS.

MEMORIA ESTRUCTURAL.

El sistema de estructura consta de columnas y traveses de acero, las columnas son vigas I perfil rectangular de sección 18" x 7 1/2" x 0.630", y las traveses son vigas I perfil rectangular de sección 16" x 7" x 7/8" A-36, la unión de las traveses con las columnas es a base de ángulos estructurales de sección 5" x 3 1/2 " x 5/16" atornilladas con tornillos de acero estructural. (Véase planos estructurales)

Las cubiertas están resueltas con losacero calibre 22 y un $f'c = 200 \text{ kg/cm}^2$, que a su vez está soldada y atornillada a la estructura. Los claros más grandes son de 11m, por lo que el sistema estructural que propongo resuelve satisfactoriamente esta necesidad.

MEMORIA INSTALACIÓN ELÉCTRICA.

El suministro de energía eléctrica al conjunto esta distribuida de la siguiente manera: la subestación eléctrica esta conectada a la acometida que esta ubicada a 40m de la subestación, está cuenta con 12 tableros de distribución que alimentan a cada uno de los edificios y al alumbrado de las plazas.

Cada edificio tiene su propio tablero de cargas que distribuyen la energía en varios circuitos, unos para contactos y otros para apagadores. Las instalaciones corren puro pisos y plafones y el tipo de tubería se determina de acuerdo al calculo.

MEMORIA DE INSTALACIÓN SANITARIA.


La instalación sanitaria esta resuelta por tres núcleos, uno por cada edificio, la tubería es de concreto, cada núcleo desemboca en un registro y estos a su vez están conectados directamente al drenaje público por medio de albañales de concreto.

No es necesario utilizar cárcamo de bombeo ya que la pendiente de la tubería en relación con la distancia a la red pública de drenaje y la profundidad de la misma coinciden, por lo tanto si es posible conectarse directamente. El sistema de drenaje del resto del conjunto también se conecta a los registros principales.

MEMORIA DE INSTALACIÓN HIDRÁULICA.


La instalación hidráulica esta resuelta con tubería de cobre que corre por pisos y muros, con una red de agua caliente y otra de agua fría, estas son alimentas por medio de un sistema hidroneumático de presión de agua, el cual se encuentra ubicado en un cuarto de máquinas junto a la subestación eléctrica en el acceso principal al conjunto.

El almacenamiento de agua se resuelve a traves de 2 grandes cisternas ubicadas debajo de la plaza principal, una es para el uso del conjunto y la otra para la red contra incendio, su capacidad esta dada por el calculo del gasto diario en relación con el número de usuarios más un día de reserva. La toma de agua de la red pública esta conectada a las cisternas y estas a su vez al hidroneumático.

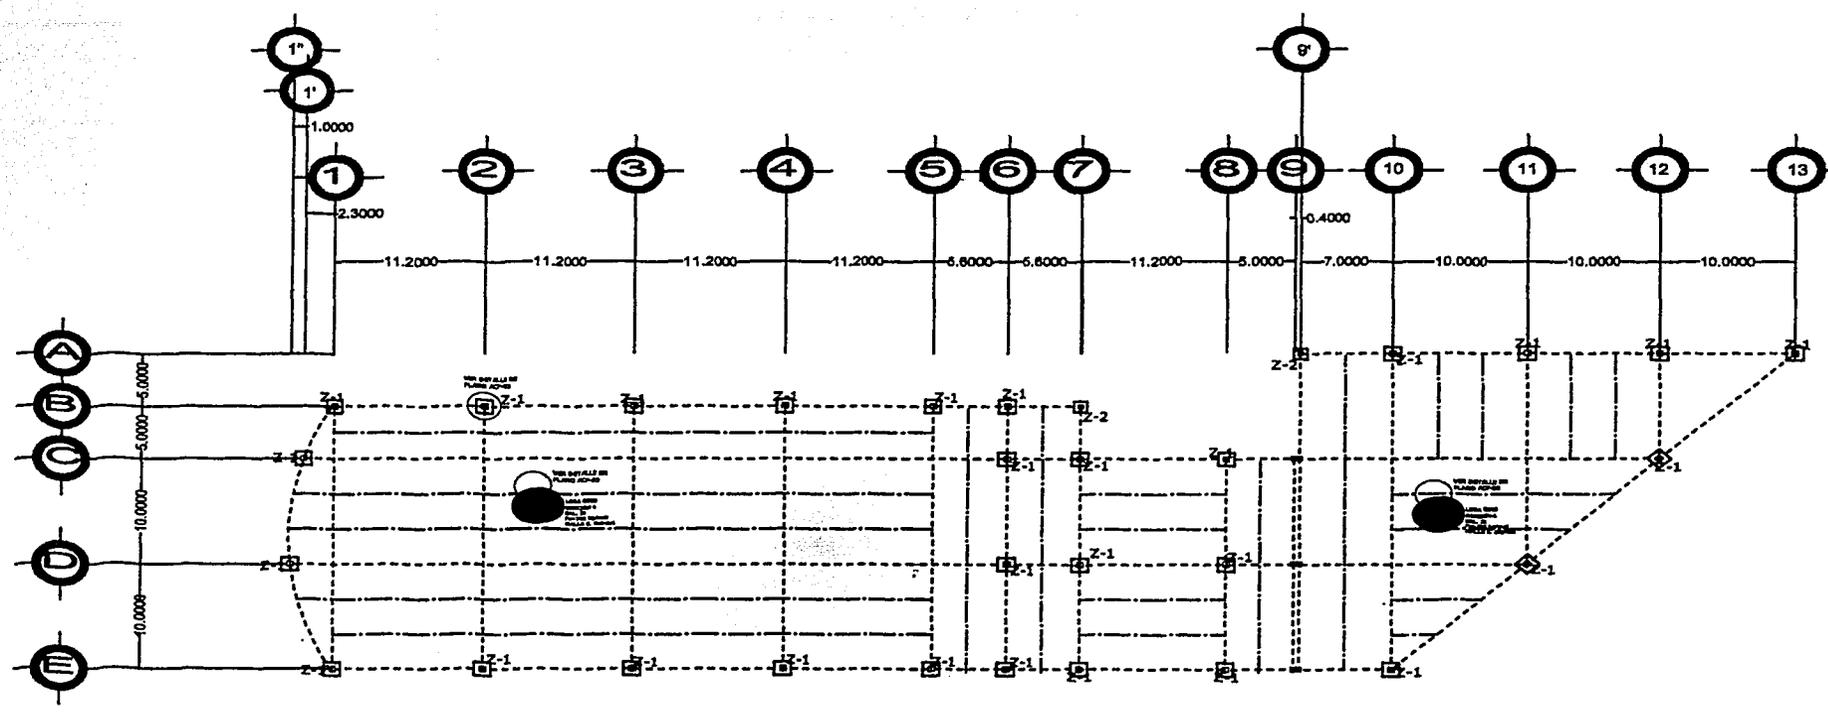


DADOS DE LOCALIZACIÓN	
TÍTULO CIMENTACIÓN	
PROYECTO CENTRO DE CONVENCIONES Y EXPOSICIONES	
DIRECCIÓN CALLE 9 DE JULIO 2024 SAN VICENTE, FRENTE A LA ESCUELA Y CALLE SAN ANTONIO, C.C. GUAYMA, L.D. GUAYMA	FECHA 15 - 02 - 07
AUTORA MAURICIO SANCHEZ RAMIREZ	DISEÑO E-01
REVISORES ARQ. ERNESTO NATAREN DE LA ROSA M. EN ARQ. JORGE OJAJANO ARQ. MANUEL MEDINA	
ESCALA 1:100	ORIENTACIÓN


TESIS PROFESIONAL

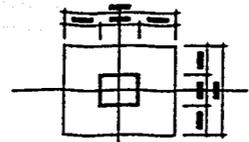


PLANTA ZAPATA Z-2

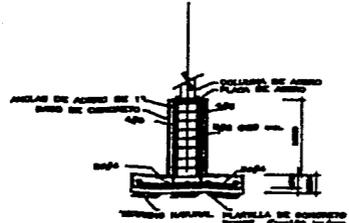


CORTE ZAPATA Z-2

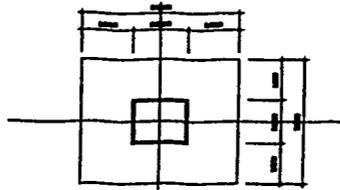

PLANTA ZAPATA Z-4

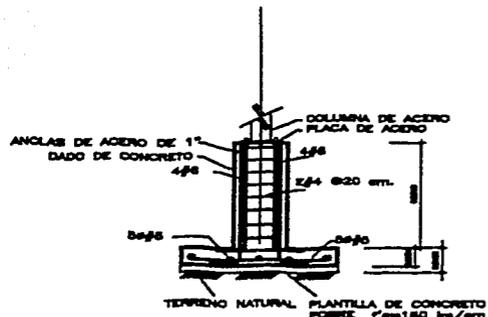


CORTE ZAPATA Z-4

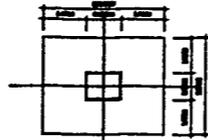


PLANTA ZAPATA Z-1





CORTE ZAPATA Z-1

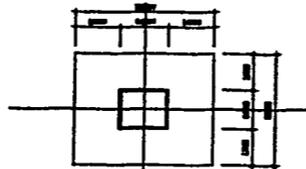

PLANTA ZAPATA Z-3

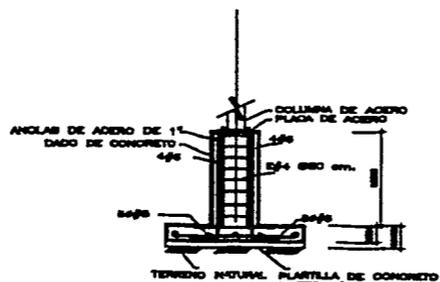

CORTE ZAPATA Z-3




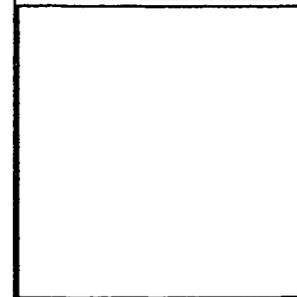
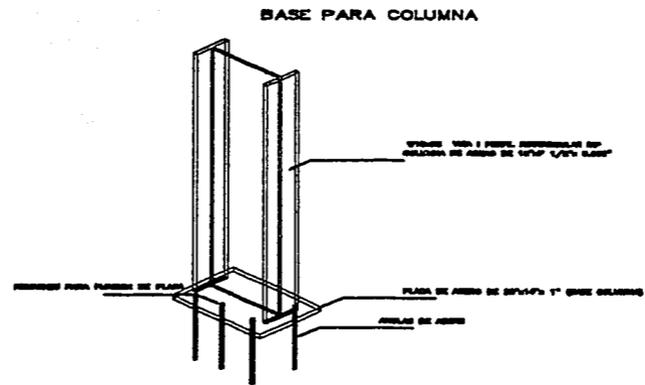


TÍTULO: DETALLES DE FUNDACIÓN	
INSTITUCIÓN: CENTRO DE CONVENCIONES Y EXPOSICIONES	
PROYECTO: PLAN DE OBRAS DE RECONSTRUCCIÓN DEL VESTIBULO Y SALAS DE REUNIONES DEL COMITÉ DE LA ROSA	FECHA: 05 - 04 - 02
AUTORES: WARCIO SANCHEZ RAMIREZ	CLASE: DC-1

ASISTENTE: M. EN ARQ. JORGE GULLIANO
 ARQ. MANUEL MEDINA
 ARQ. BENESIO NATAREN DE LA ROSA


ESCALA: 1:50	ORIENTACIÓN:
--------------	--------------

TESIS PROFESIONAL

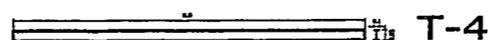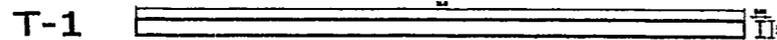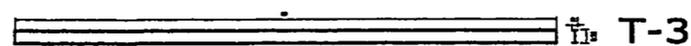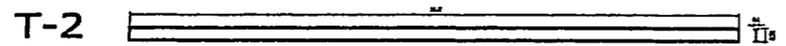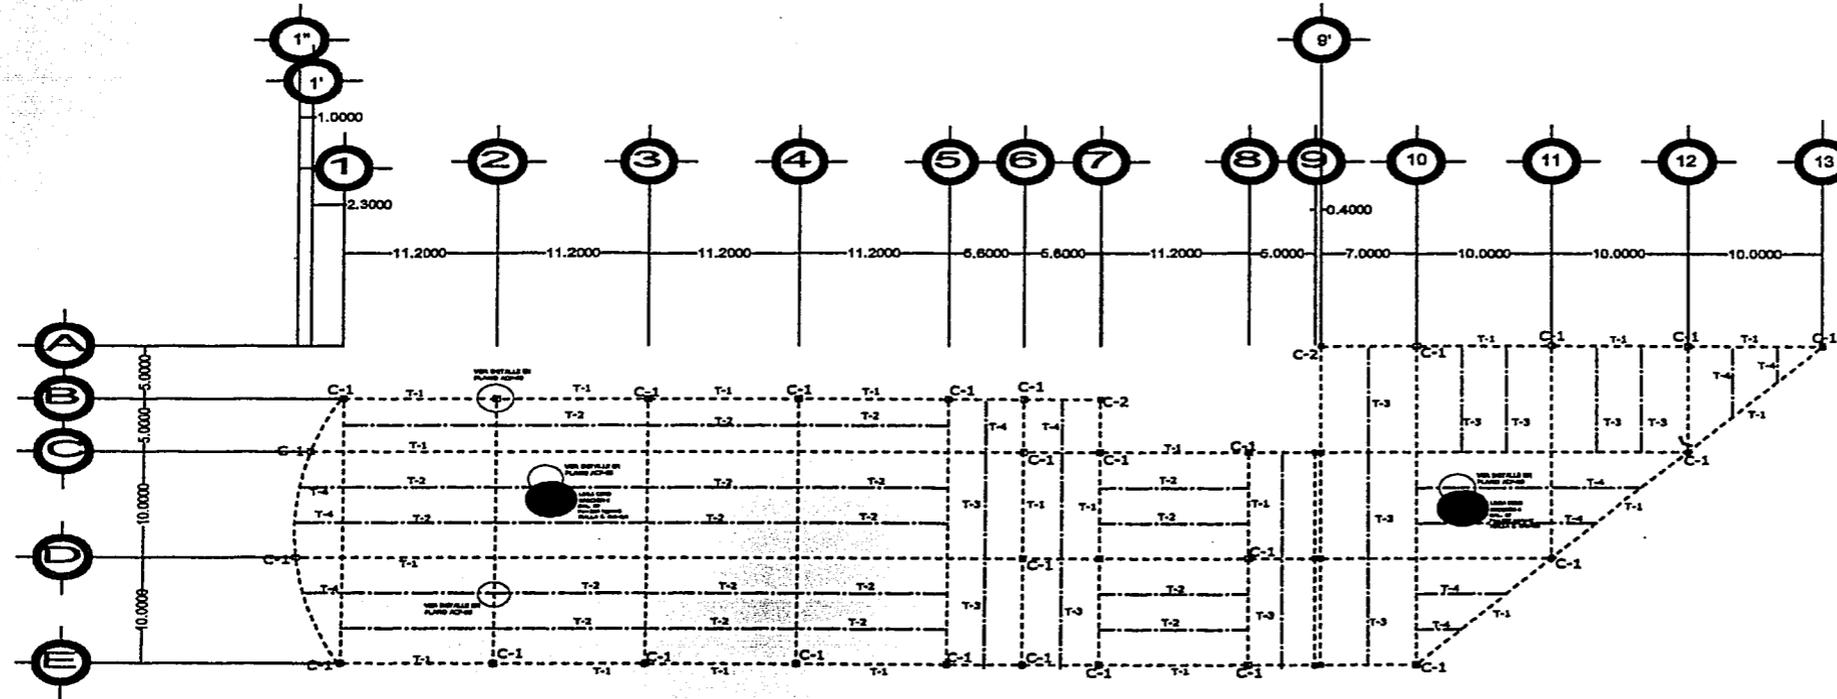



<p>FORMA: ESTRUCTURA</p> <p>PROYECTO: CENTRO DE CONVENCIONES Y EXPOSICIONES</p> <p>UBICACION: EN SUELO JOSE MA. ROBLEDO, 150 SUR Y VERDE VIEJA, TALLE SAN MARCEL, CO. DISTRITO PUEBLO NUEVO</p> <p>FECHA: 15-02-02</p>	
<p>ALBINO: MAURICIO SANCHEZ RAMIREZ</p>	<p>DISEÑO: CM-01</p>
<p>ARQUITECTO: ARO. ERNESTO NATAREN DE LA ROSA</p> <p>M. EN ARO. JORGE OLLANO</p> <p>ARO. MANUEL MEDINA</p>	
<p>ESCALA: 1:100</p>	<p>ORIENTACION: </p>

TESIS PROFESIONAL

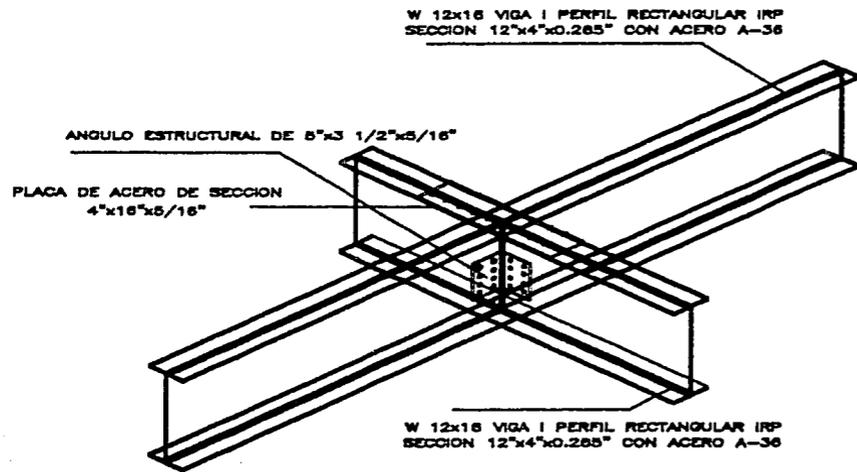

CONEXION DE TRABE SECUNDARIA
CON TRABE SECUNDARIA


UNION DE VIGAS ATORNILLADAS

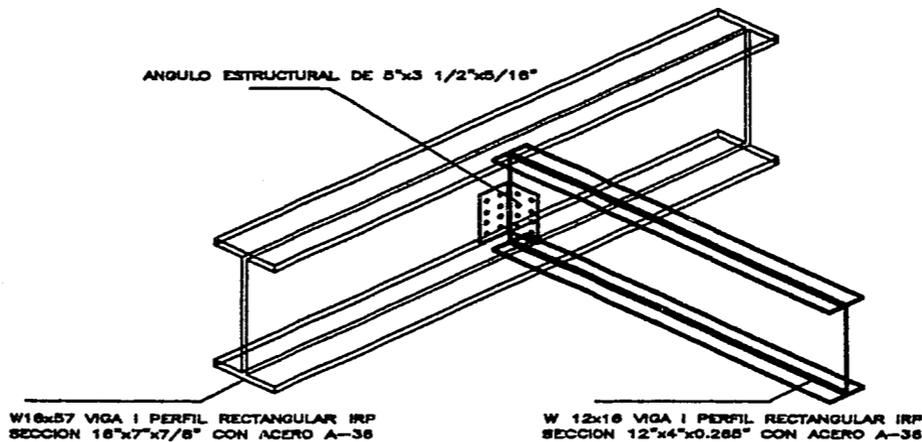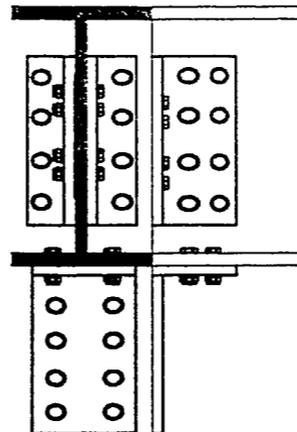

CONEXION DE TRABE PRINCIPAL CON
TRABE SECUNDARIA


<p>DETALLES ESTRUCTURALES</p> <p>CENTRO DE CONVENCIONES Y EXPOSICIONES</p> <p>05-04-02</p>	
<p>ALUMNO</p> <p>MAURICIO SANCHEZ RAMIREZ</p>	<p>CARRERA</p> <p>DE-01</p>
<p>ASESOR</p> <p>M. EN ARQ. JORGE CULIADO</p> <p>ARQ. MANUEL MEDINA</p> <p>ARQ. ERNESTO NATAREN DE LA ROSA</p>	
<p>ESCALA</p> <p>1:20</p>	<p>ORIENTACION</p>

TESIS PROFESIONAL

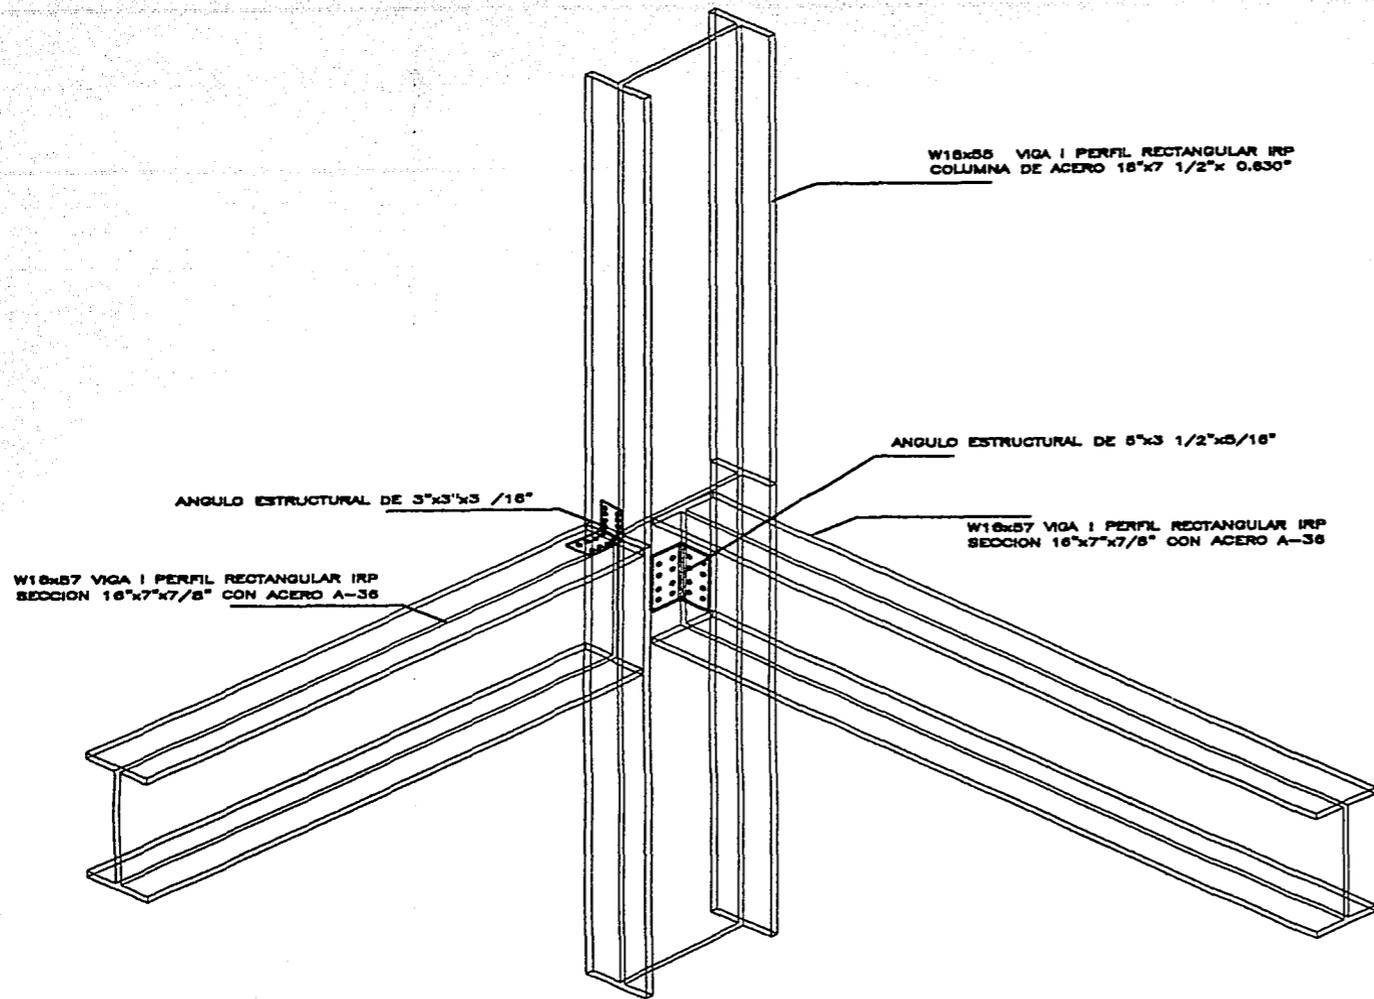


CONEXION DE TRABE PRINCIPAL CON COLUMNA

UNION DE VIGAS ATORNILLADAS

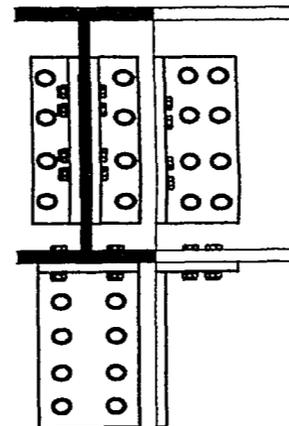


CENTRO DE CONVENCIONES Y EXPOSICIONES	
FECHA	05 - 04 - 02
A-NO	DE - 02
AREA M. EN ARQ. JORGE GILIANO ARQ. MANUEL MEDINA ARQ. ERNESTO NATAREN DE LA ROSA	
FECHA	


TESIS PROFESIONAL

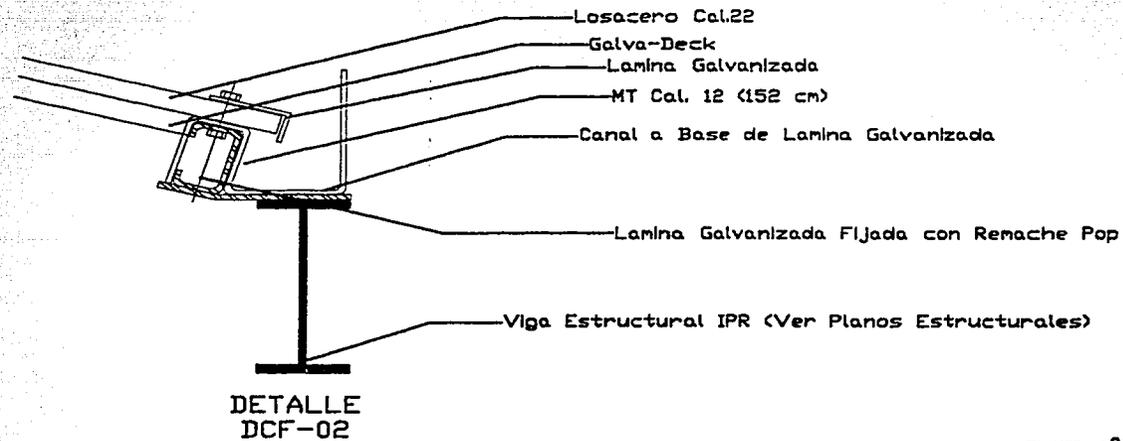

DETALLE
DCF-02

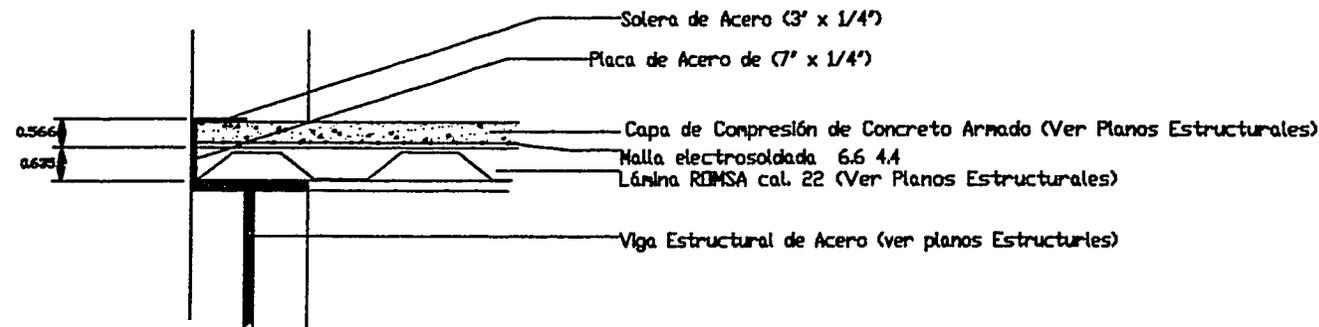


DETALLE
DCF-04

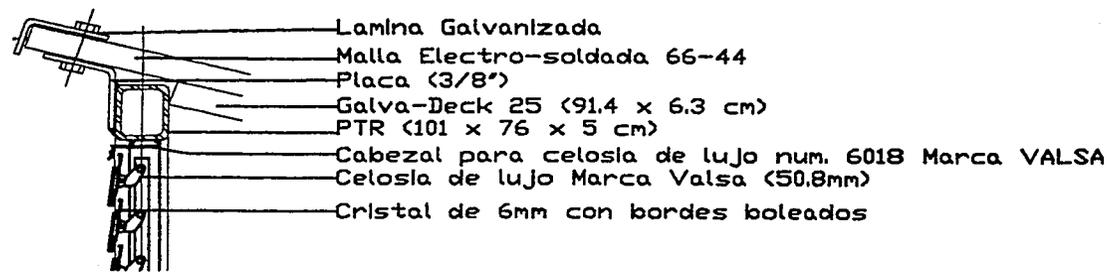

DETALLE
DCF-01

<p>PLANO: DETALLES CONSTRUCTIVOS</p> <p>PROYECTO: CENTRO DE CONVENCIONES Y EXPOSICIONES</p> <p>SECCION: EN EL PUNTO DE LA INTERSECCION DE LA VIGA Y LA LAMINA GALVANIZADA</p> <p>FECHA: 05-04-02</p> <p>ALBERO: MAURICIO SANCHEZ RAMIREZ</p> <p>CADENA: DCF-01</p> <p>REVISOR: ARQ. ERNESTO NATAREN DE LA ROSA M. EN ARQ. JORGE OLLANO ARQ. MANUEL MEDINA</p> <p>ESCALA: 1:20</p> <p>ORIENTACION: </p>	


TESIS PROFESIONAL

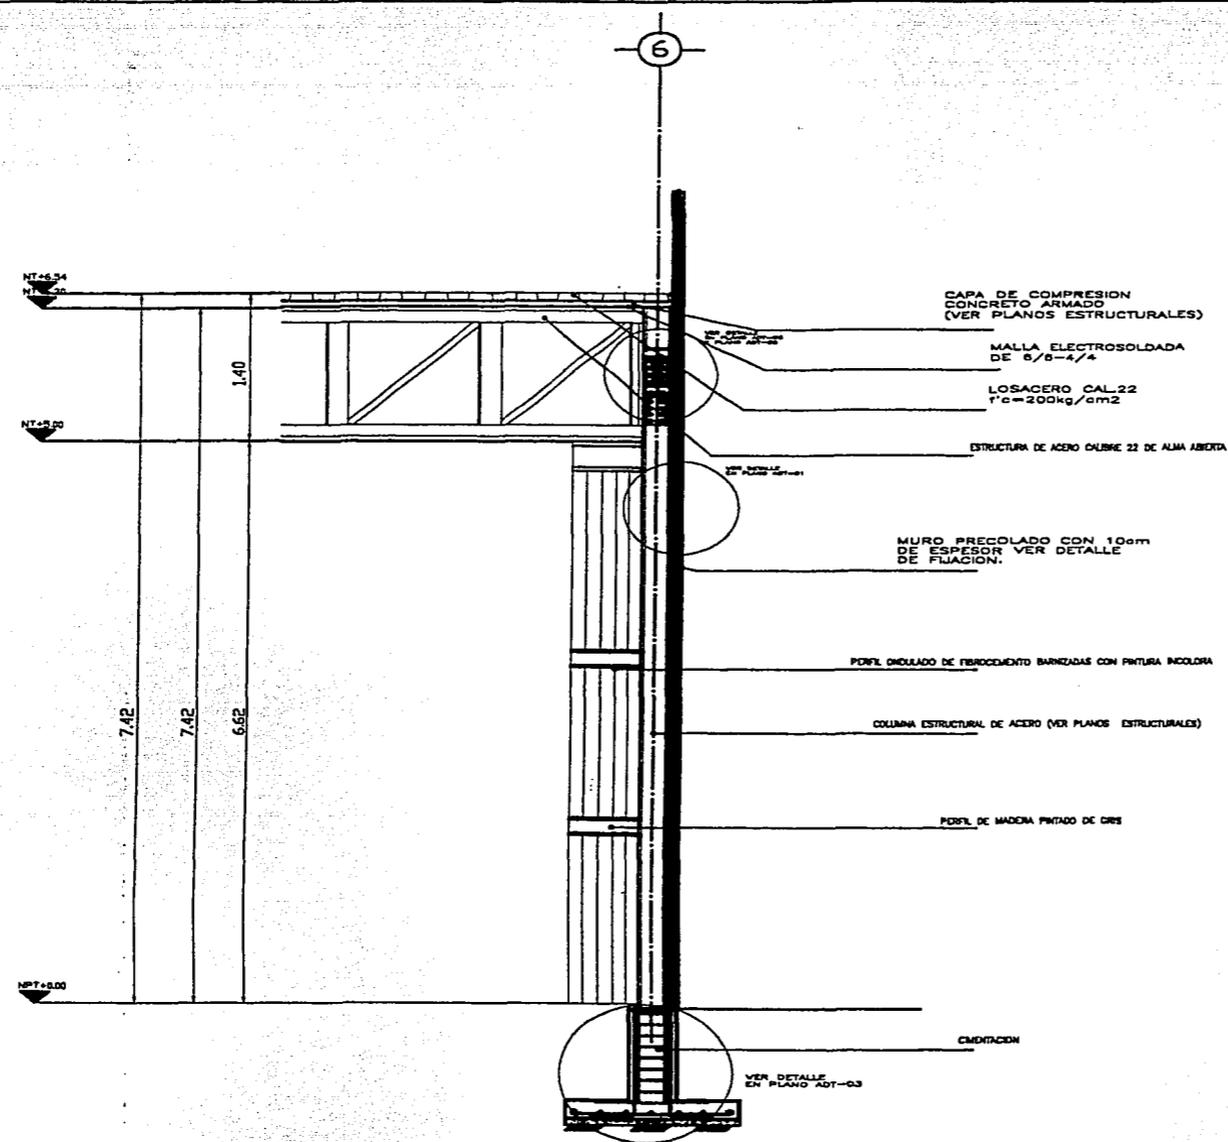

CORTE POR SALON DE USOS MULTIPLES

GRUPO DE LOCALIDAD 	
TITULO: CORTE POR PACHADA-USOS MULTIPLES PRECISO: CENTRO DE CONVENCIONES Y EXPOSICIONES UBICACION: CAL 9 SUR JOSE MARCELO 100 SUR NOROCCIDENTE Y CALLE SAN RAFAEL, COLOMBIA FELICIANO FECHA: 05 - 04 - 02 ALUMNO: MAURICIO SANCHEZ RAMIREZ C.A.B.: CF-01 ASISTENTE: M. EN ARQ. JORGE GILJANO ARQ. MANUEL MEDINA ARQ. ERNESTO NATAREN DE LA ROSA ESCALA: 1:20 DISEÑO:	


TESIS PROFESIONAL

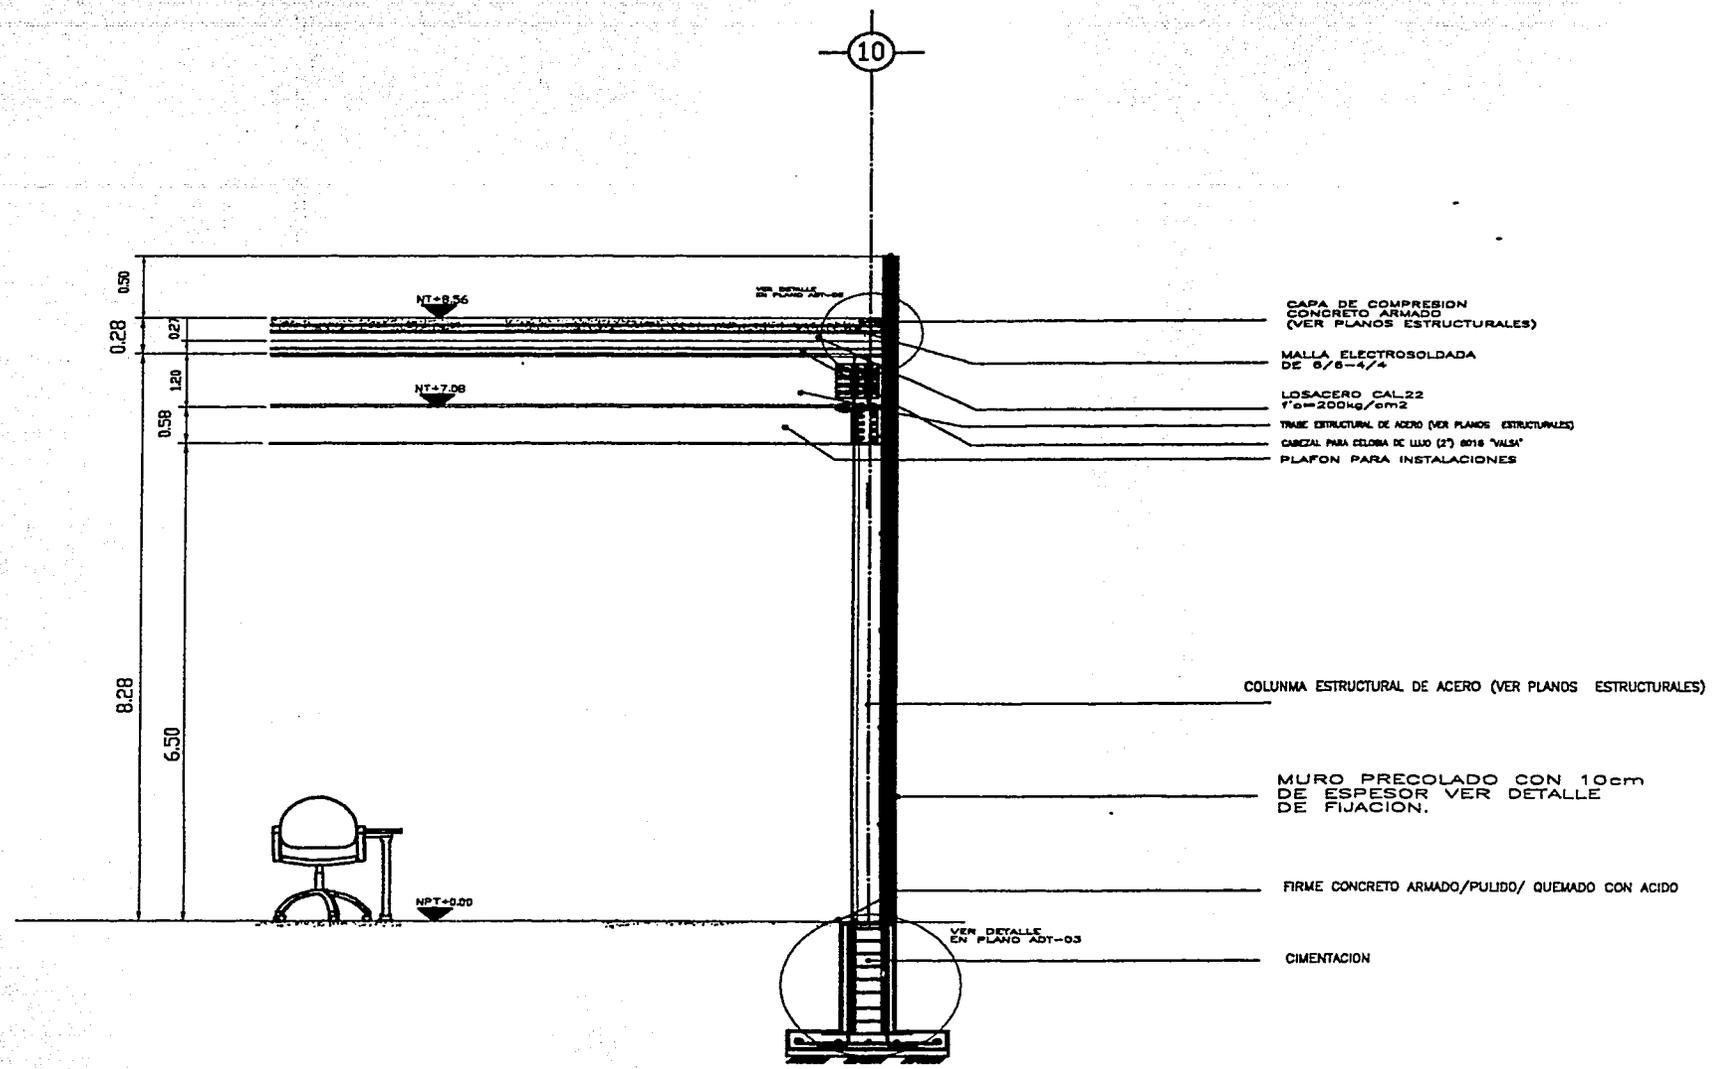

CORTE POR CAFETERIA

TITULO: CORTE POR FACHADA-CAFETERIA	
PROYECTO: CENTRO DE CONVENCIONES Y EXPOSICIONES	
SECCION: EN 3 B.V. 2725 MA. BOGOTÁ D.C. Y VECINOS ALTERNATIVOS TALLER SAN RAFAEL, CO. CERRILLO, LINDO GUANAJAY	FECHA: 05-04-02
ALUMNO: MAURICIO SANCHEZ RAMIREZ	CLASE: CF-02
ASISTENTES: M. EN ARQ. JORGE GILIANO ARQ. MANUEL MEDINA ARQ. ERNESTO NATAREN DE LA ROSA	
ESCALA: 1:20	ORIENTACION:


TESIS PROFESIONAL

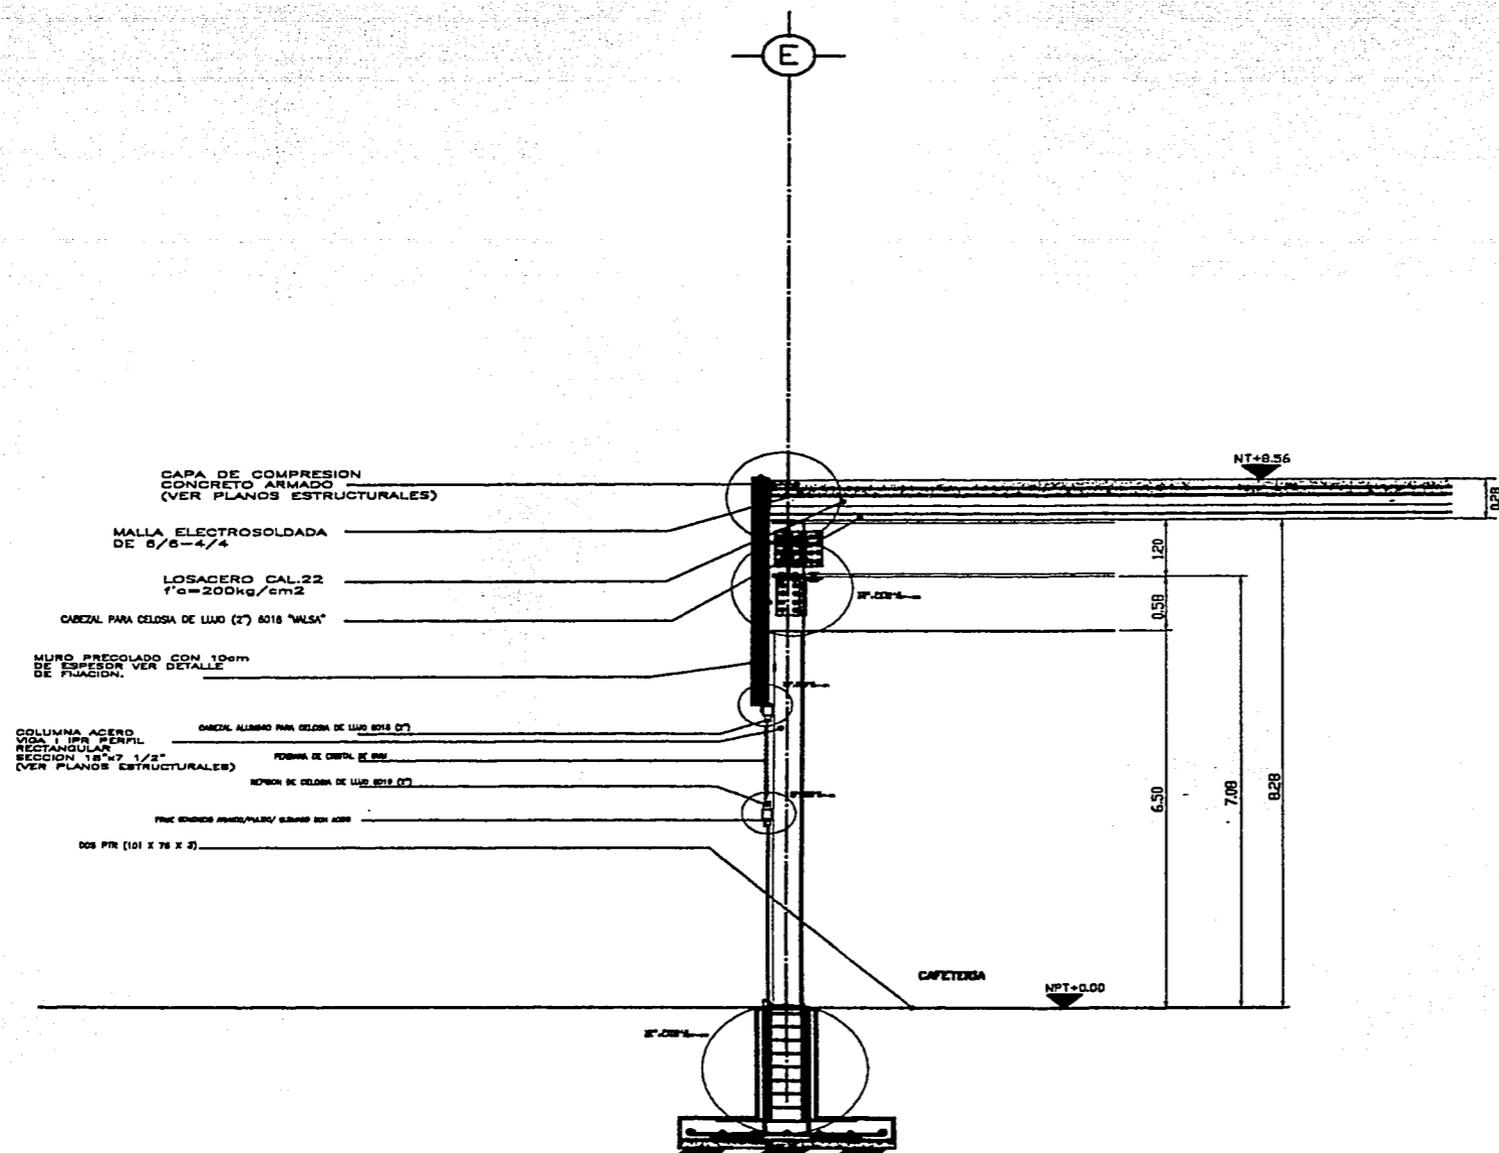

CORTE POR CAFETERIA

<p>TITULO: CORTE POR FACHADA- CAFETERIA</p> <p>PROYECTO: CENTRO DE CONVENCIONES Y EXPOSICIONES</p> <p>UBICACION: EN 9 AV. DE SA. NICOLAS 1301 B.V. MONTE VULCANO Y CALI SAN MARCELO, CO. GUAYAMA, LION GUAYAMA.</p> <p>FECHA: 05-04-02</p> <p>ALUMNO: MAURICIO SANCHEZ RAMIREZ</p> <p>CARRERA: CF-3</p> <p>ASESOR: M. EN ARQ. JORGE OJILANO ARQ. MANUEL MEDINA ARQ. ERNESTO NATAREN DE LA ROSA</p> <p>ESCALA: 1:20</p> <p>ORIENTACION: </p>	


TESIS PROFESIONAL

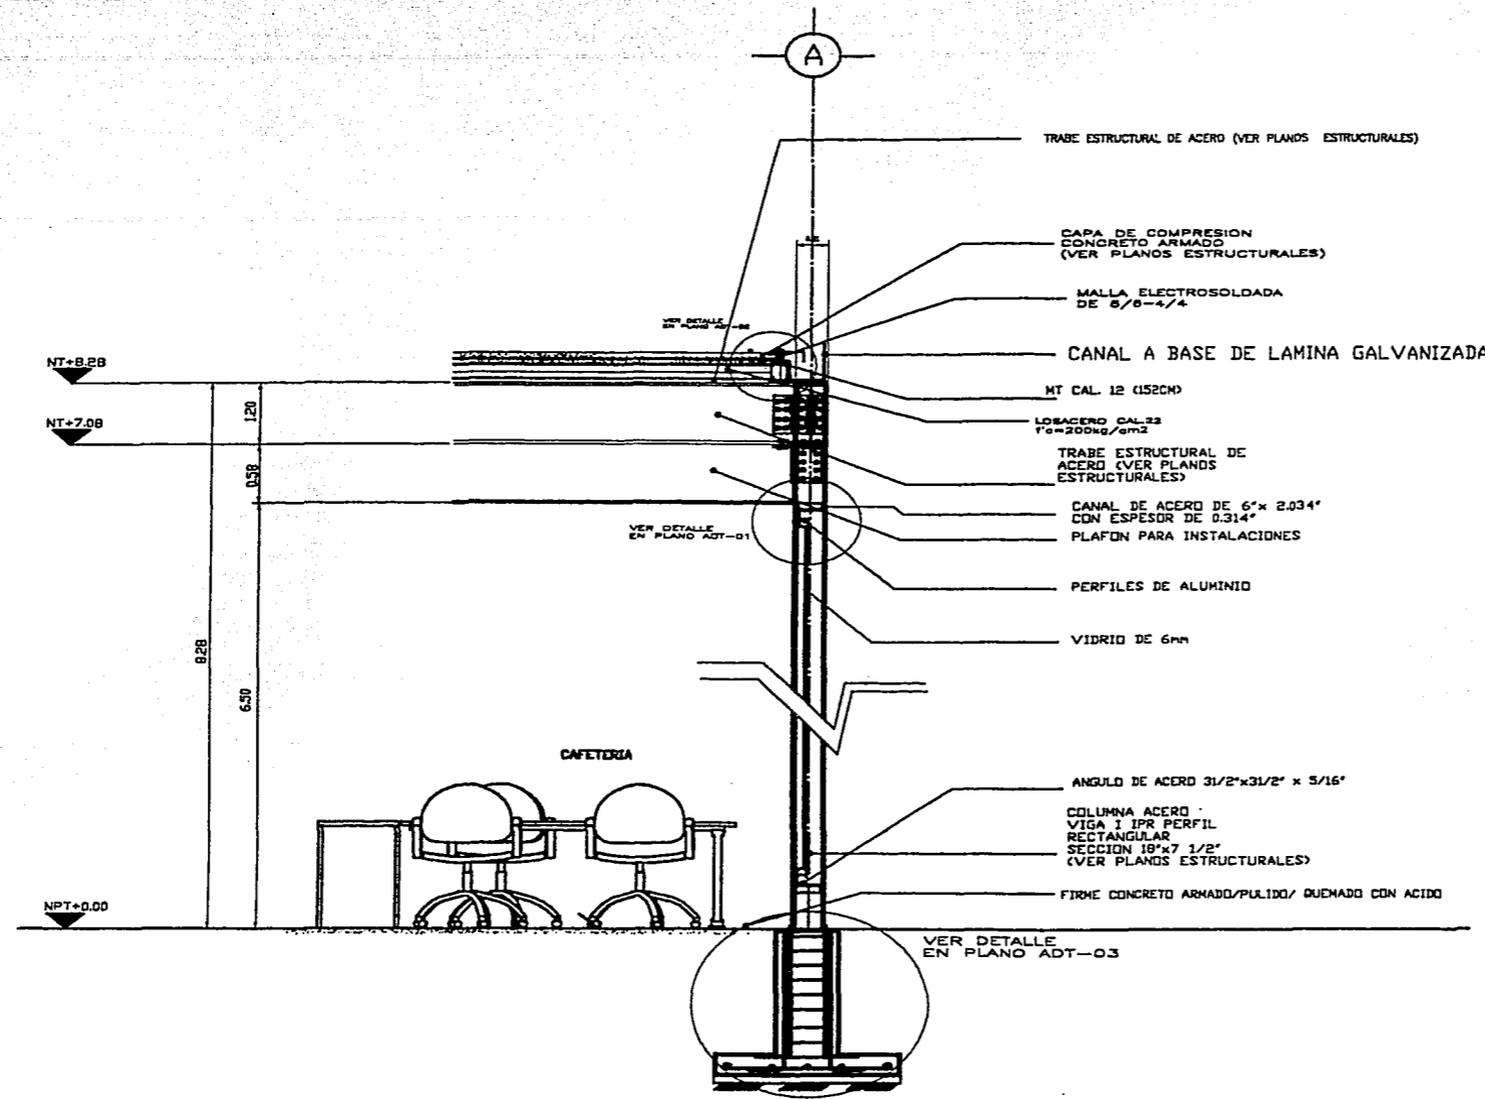

CORTE POR CAFETERIA



TITULO DE LOCALIDAD	
<p>PLANO: CORTE POR FACHADA-CAFETERIA</p> <p>PROYECTO: CENTRO DE CONVENCIONES Y EXPOSICIONES</p> <p>DIRECCION: COL. SAN JERONIMO DE LOS RIOS, VICENTE VILCHES, TERCER ANILLO, COL. GUANO FELICION GUANAJAYO</p> <p>FECHA: 05-04-02</p> <p>ALUMNO: MAURICIO SANCHEZ RAMIREZ</p> <p>CLASE: CF-04</p> <p>ASESOR: M. EN ARQ. JORGE QULLANO ARQ. MANUEL MEDINA ARQ. ERNESTO NATAREN DE LA ROSA</p> <p>ESCALA: 1:20</p> <p>ORIENTACION: </p>	

TESIS PROFESIONAL

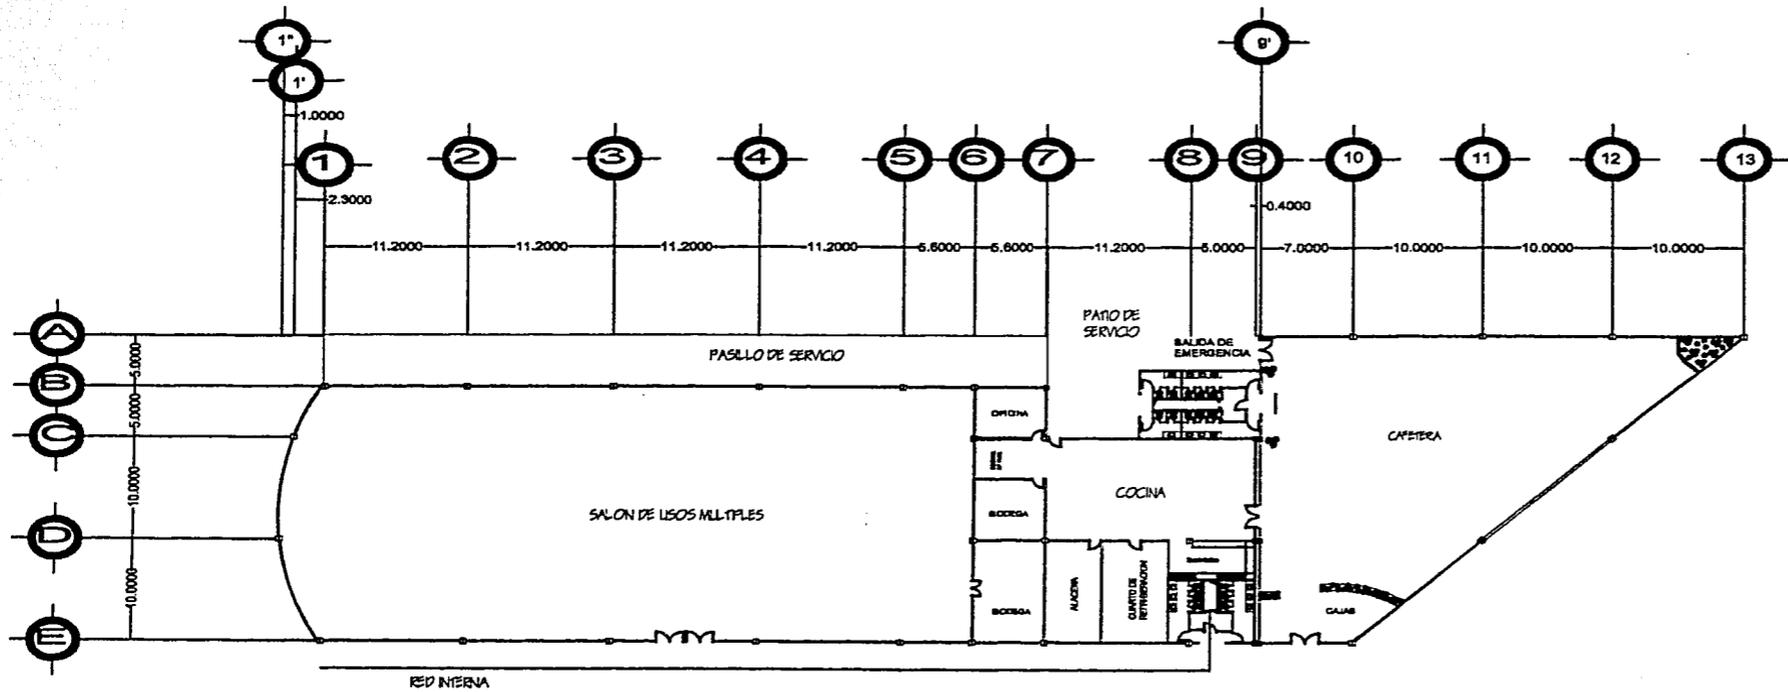


<p>HIDRALICA.- A.- Columna de agua fria y caliente B.- Codo de 90° 19mm. C.- Tuberia de cobre de 19mm. D.- T 13mm.</p>	
<p>TITULO: INSTALACION HIDRALICA</p>	
<p>PROYECTO: CENTRO DE CONVENCIONES Y EXPOSICIONES</p>	
<p>UBICACION: EN S.B.V. JOSE MA. NOELIOS ESQ. S.V. VICENTE VILLALBA Y CALLE SAN ANTONIO, COL. CUERPO P.E., LEON GUERRERO</p>	<p>FECHA: 05 - 04 - 02</p>
<p>ALMACEN: MAURICIO SANCHEZ RAMIREZ</p>	<p>CLAVE: H-01</p>
<p>ASESORES: M. EN ARQ. JORGE GILJANO ARQ. MANUEL MEDINA ARQ. ERNESTO NATAREN DE LA ROSA</p>	
<p>ESCALA: 1:100</p>	<p>ORIENTACION: </p>

TESIS PROFESIONAL

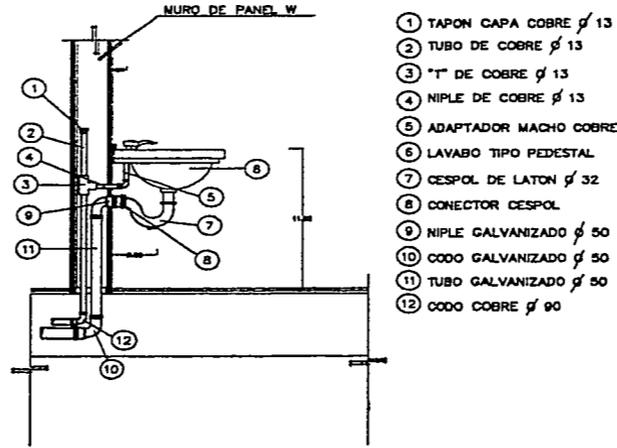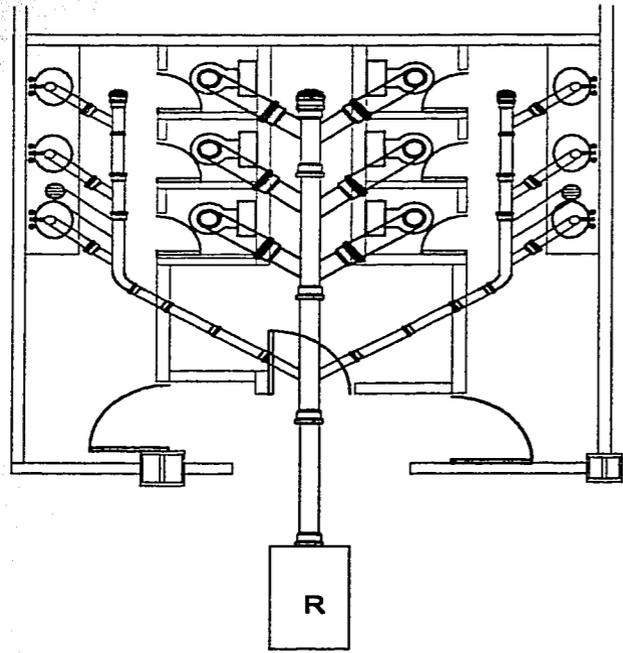


- ① TAPON CAPA COBRE ϕ 13
- ② TUBO DE COBRE ϕ 13
- ③ "T" DE COBRE ϕ 13
- ④ NIPLE DE COBRE ϕ 13
- ⑤ ADAPTADOR MACHO COBRE
- ⑥ LAVABO TIPO PEDESTAL
- ⑦ CESPOL DE LATON ϕ 32
- ⑧ CONECTOR CESPOL
- ⑨ NIPLE GALVANIZADO ϕ 50
- ⑩ CODO GALVANIZADO ϕ 50
- ⑪ TUBO GALVANIZADO ϕ 50
- ⑫ CODO COBRE ϕ 90

LAVAMANOS

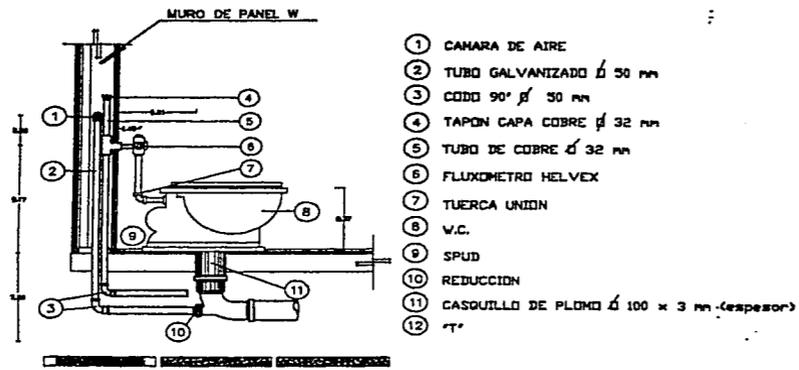

- ① CAMARA DE AIRE
- ② TUBO GALVANIZADO ϕ 50 mm
- ③ CODO 90° ϕ 50 mm
- ④ TAPON CAPA COBRE ϕ 32 mm
- ⑤ TUBO DE COBRE ϕ 32 mm
- ⑥ FLUXOMETRO HELVEX
- ⑦ TUERCA UNION
- ⑧ W.C.
- ⑨ SPUD
- ⑩ REDUCCION
- ⑪ CASQUILLO DE PLOMO ϕ 100 x 3 mm (espesor)
- ⑫ "T"


INODORO

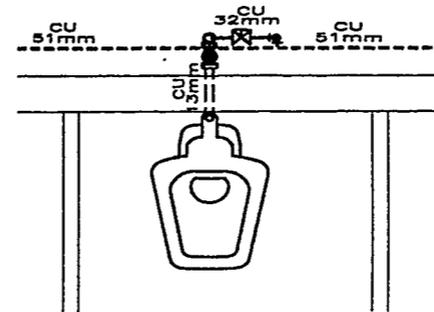

DETALLE ALIMENTACION W.C.

TITULO DE LOCALIDAD	
TITULO	
INSTALACION SANITARIA	
PROYECTO	
CENTRO DE CONVENCIONES Y EXPOSICIONES	
UBICACION	FECHA
EN EL BIV. JOSÉ MA. BOROLOS E ISO BIV. VECIN. VILCAMA Y CALLES SAN MARCEL, C.A. CUARO PBL. BOLSONARUMBA	05-04-02
AUTORA	C.A.E.
MAURICIO SANCHEZ RAMIREZ	15-01
ASISTENTE	
M. EN ARQ. JORGE GULLIANO	
ARQ. MANUEL MEDINA	
ARQ. ERNESTO NATAREN DE LA ROSA	
ESCALA	ORIENTACION
1:20	


TESIS PROFESIONAL

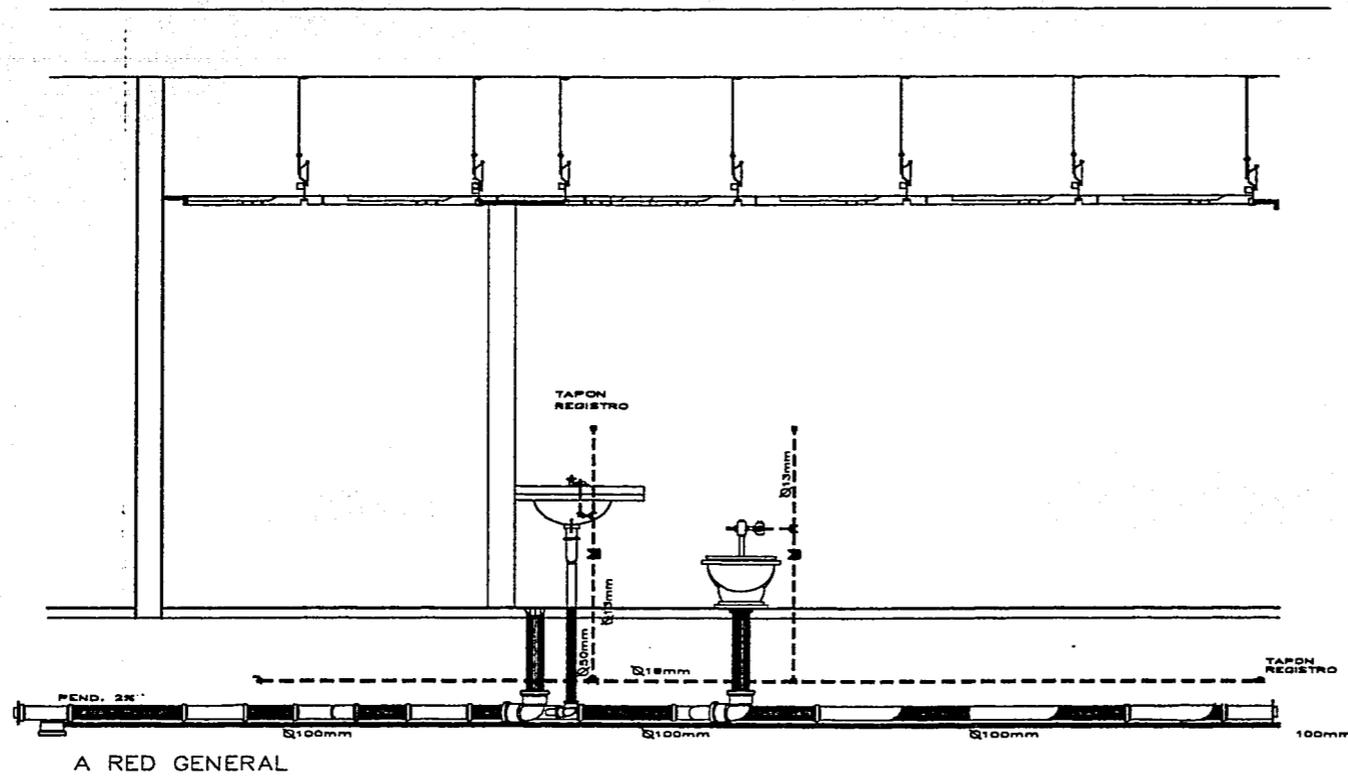

CORTE ESQUEMATICO LONGITUDINAL
INSTALACION HIDROSANITARIA

TÍTULO: INSTALACION HIDRO-SANITARIA	
MUNICIPIO: CENTRO DE CONVENCIONES Y EXPOSICIONES	
REGION: <small>DEPARTAMENTO DE BOYACA, MUNICIPIO DE SAN ANTONIO</small>	FECHA: 05 - 04 - 02
AUTOR: MAURICIO SANCHEZ RAMIREZ	CLASE: IHS-01
ASISTENTE: M. EN ARQ. JORGE GULLANO ARQ. MANUEL MEDINA ARQ. ERNESTO NATAREN DE LA ROSA	
ESCALA: 1:50	ORIENTACION:


TESIS PROFESIONAL

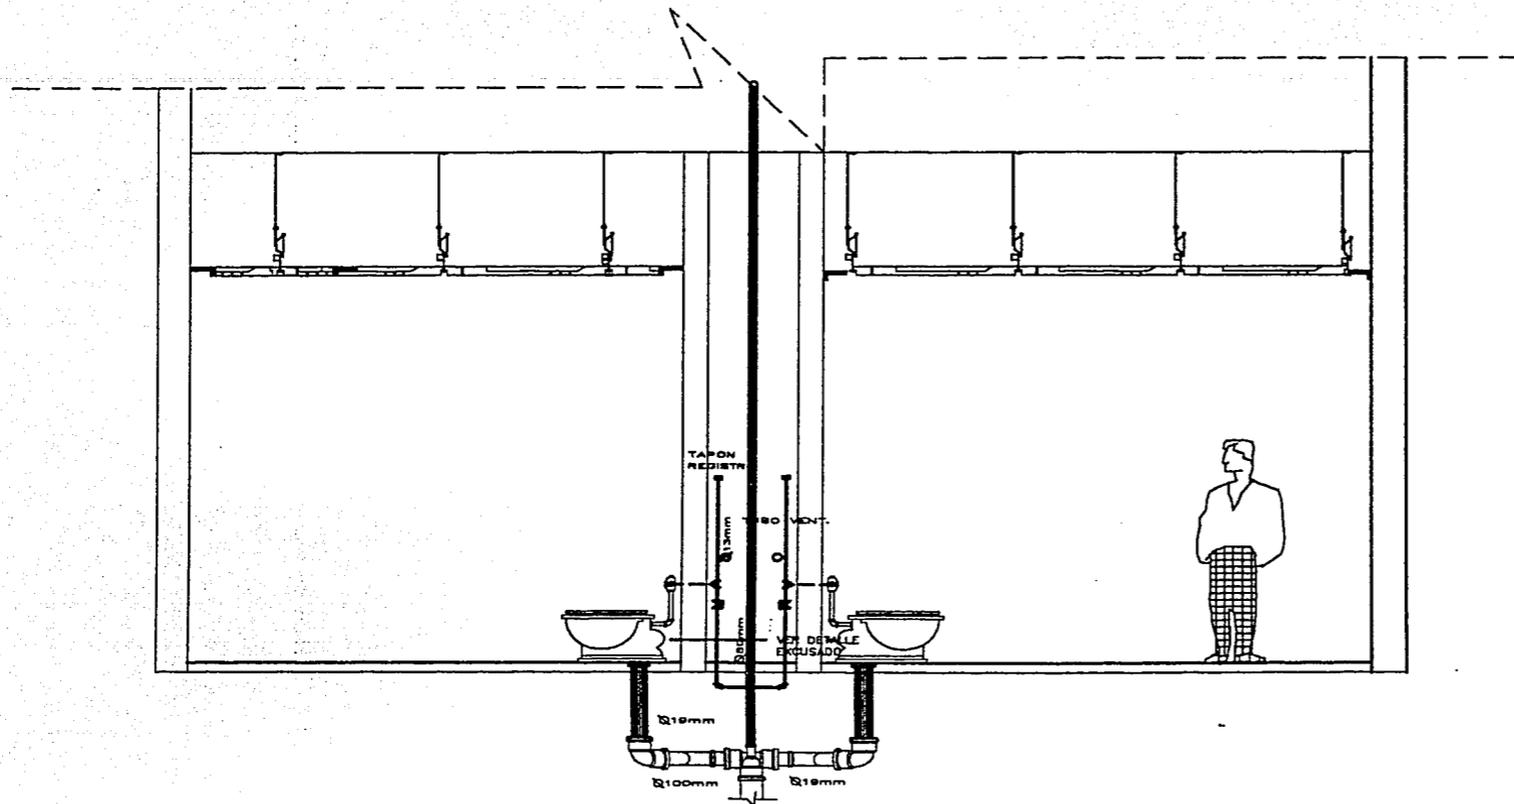

CORTE ESQUEMATICO TRANSVERSAL
INSTALACION HIDROSANITARIA


UBOS DE LOCALIDAD	
TITULO: INSTALACION HIDRO-SANITARIA	
PROYECTO: CENTRO DE CONVENCIONES Y EXPOSICIONES	
UBICACION: BARRIO: JORGE MA. MORELOS, BOGOTÁ, COLOMBIA	FECHA: 05 - 04 - 02
AUTORA: MAURICIO SANCHEZ RAMIREZ	CADENA: IHS-02
ASESOR: ARQ. ERNESTO NATAREN DE LA ROSA M. EN ARQ. JORGE GILIANO ARQ. MANUEL MEDINA	
ESCALA: 1:50	ORIENTACION:

TESIS PROFESIONAL

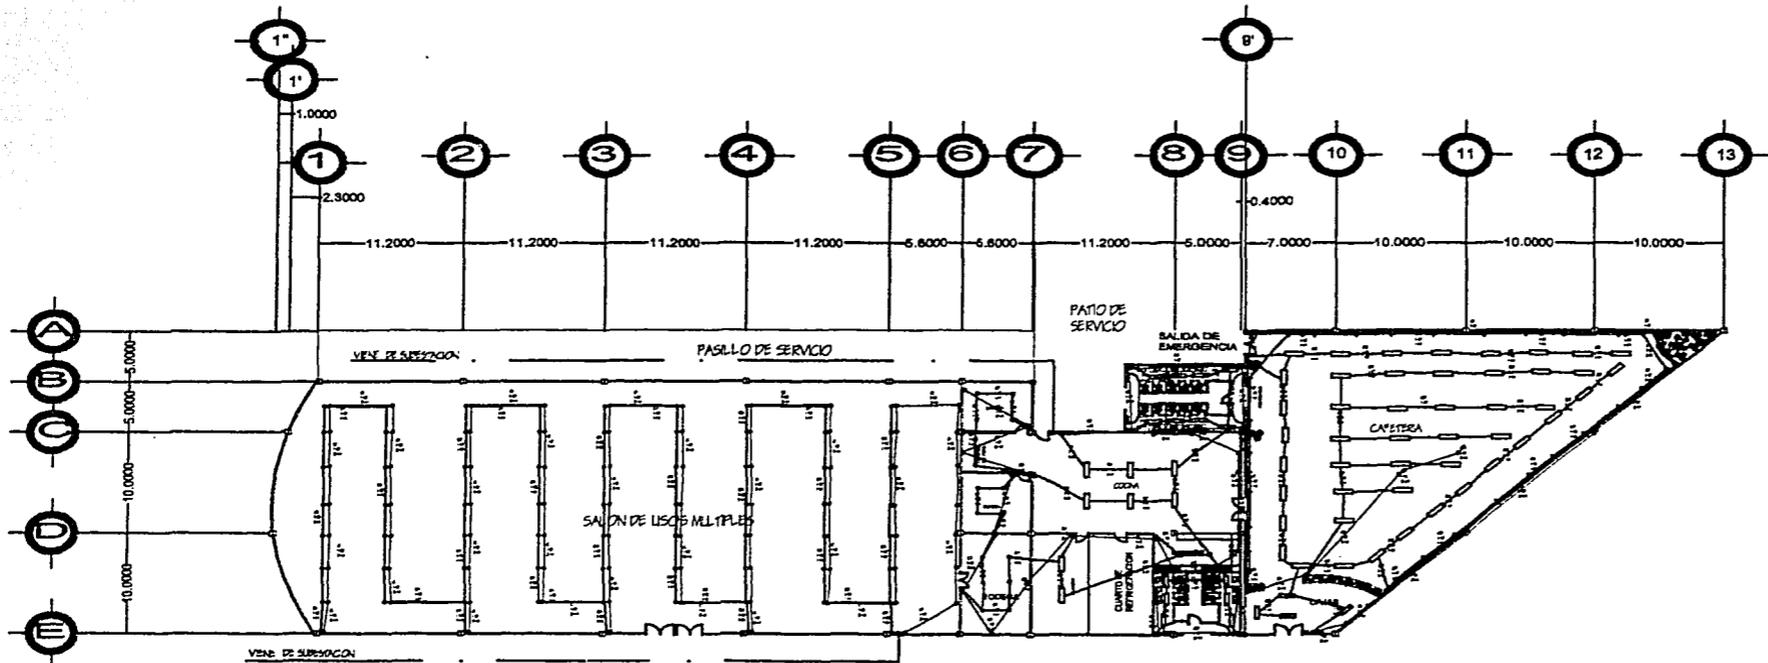


ESPECIFICACIONES: <ul style="list-style-type: none"> ○ REFLECTORES SUSPENDIDOS 125W □ PLAFOND LUMINOSO A 45 2X74W ⊞ LUMINARIA SUZURABLE 100W □ PLAFOND LUMINOSO D 45 E 2X40W ⊞ LAMPARA DE BASE 100W ● FOCO PARA PISO FLUORESCENTE 75W ⊞ APAGADOR ⊞ CONTACTO INDUSTRIAL 1000W ⊞ CONTACTO SENCILLO 125W ⊞ INTERRUPTOR DE PASTILLA — INDICA TUBERIA POR PISO — INDICA TUBERIA POR PLAFOND — INDICA TUBERIA POR LOSA 	
TITULO: INSTALACION ELECTRICA	
OBJETO: CENTRO DE CONVENCIONES Y EXPOSICIONES	
DIRECCION: DR. J. JOSE NA BURELOS DR. RAYMOND WATSON TEJALTE SAN MARCEL, CA. CUERPO DE INGENIERIA	TITULO: 05 - 04 - 02
ALUMNO: MAURICIO SANCHEZ RAMIREZ	CLASE: IE-01
ASESOR: M. EN ARO. JORGE GUJANO ARO. MANUEL MEDINA ARO. ERNESTO NATAREN DE LA ROSA	
ESCALA: 1:100	ORIENTACION:


TESIS PROFESIONAL

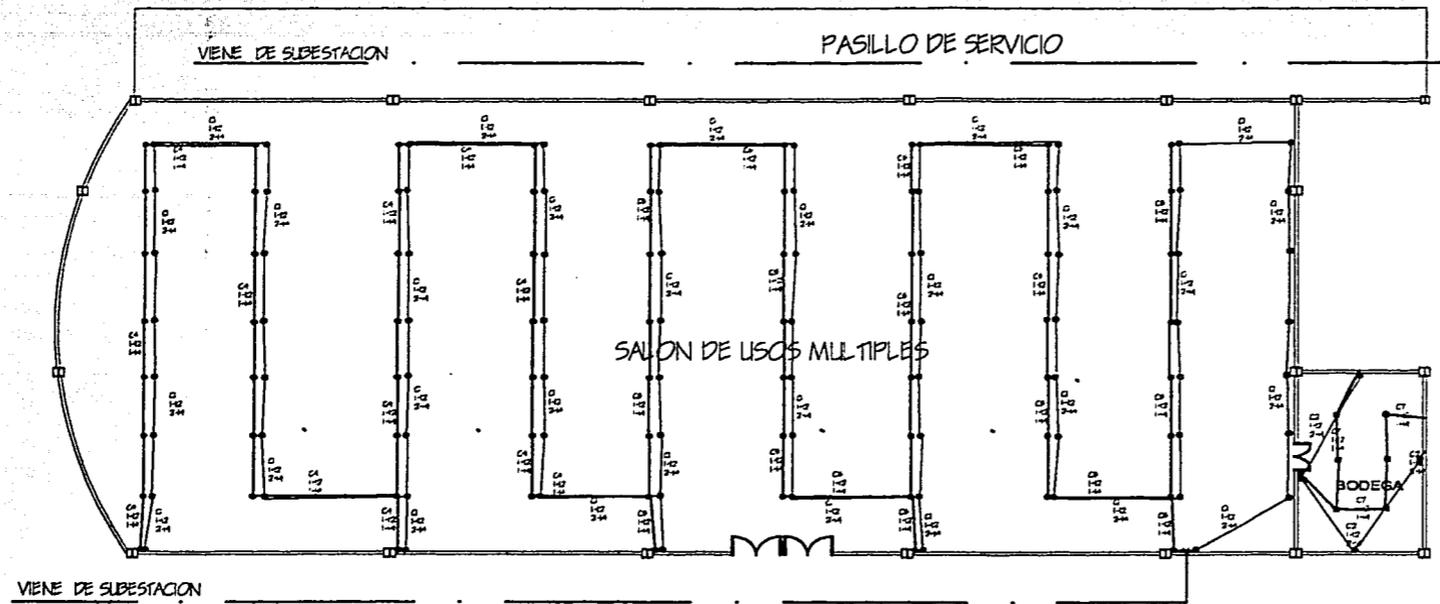

SALON DE USOS MULTIPLES Y BODEGA

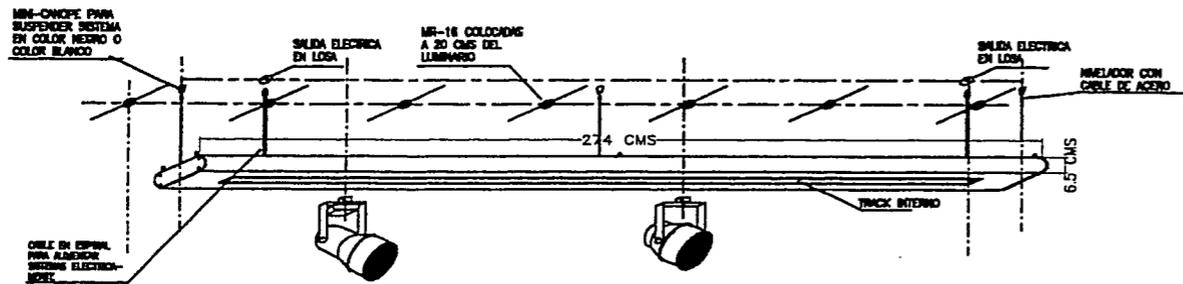

DETALLE DE REFLECTORES SUSPENDIDOS

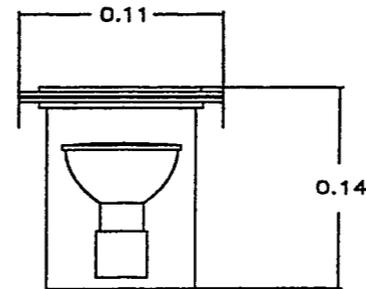


LUMINARIA SUMERGIBLE

<p>UBICACION DE LEGAJOS</p>	
<p>ESPECIFICACIONES</p> <ul style="list-style-type: none"> ● REFLECTORES SUSPENDIDOS 125W ⊗ LUMINARIA SUMERGIBLE 100W ⊗ APAGADOR ⊗ CONTACTO INDUSTRIAL 1000W ⊗ CONTACTO SENCILLO 125W ⊗ INTERRUPTOR DE PASTILLA — INDICA TUBERIA POR PISO — INDICA TUBERIA POR PLAFOND — INDICA TUBERIA POR LOSA 	
<p>TITULO: INSTALACION ELECTRICA - LEOS MULTIPLES</p>	
<p>PROYECTO: CENTRO DE CONVENCIONES Y EXPOSICIONES</p>	
<p>UBICACION: M. EN AV. JOSE ANTONIO GARCIA Y AV. VENEZUELA, 1. CALLE SAN MARCELO, QUITO, P.E., URB. SAN MARCELO</p>	<p>FECHA: 05 - 04 - 02</p>
<p>ALUMNO: MAURICIO SANCHEZ RAMIREZ</p>	<p>CLASE: IE-02</p>
<p>ASESOR: M. EN ARQ. JORGE CULLANO ARQ. MANUEL MEDINA ARQ. ERNESTO NATAREN DE LA ROSA</p>	
<p>ESCALA: 1:20</p>	<p>ORIENTACION: </p>


TESIS PROFESIONAL

PATIO DE SERVICIO


SALIDA DE EMERGENCIA

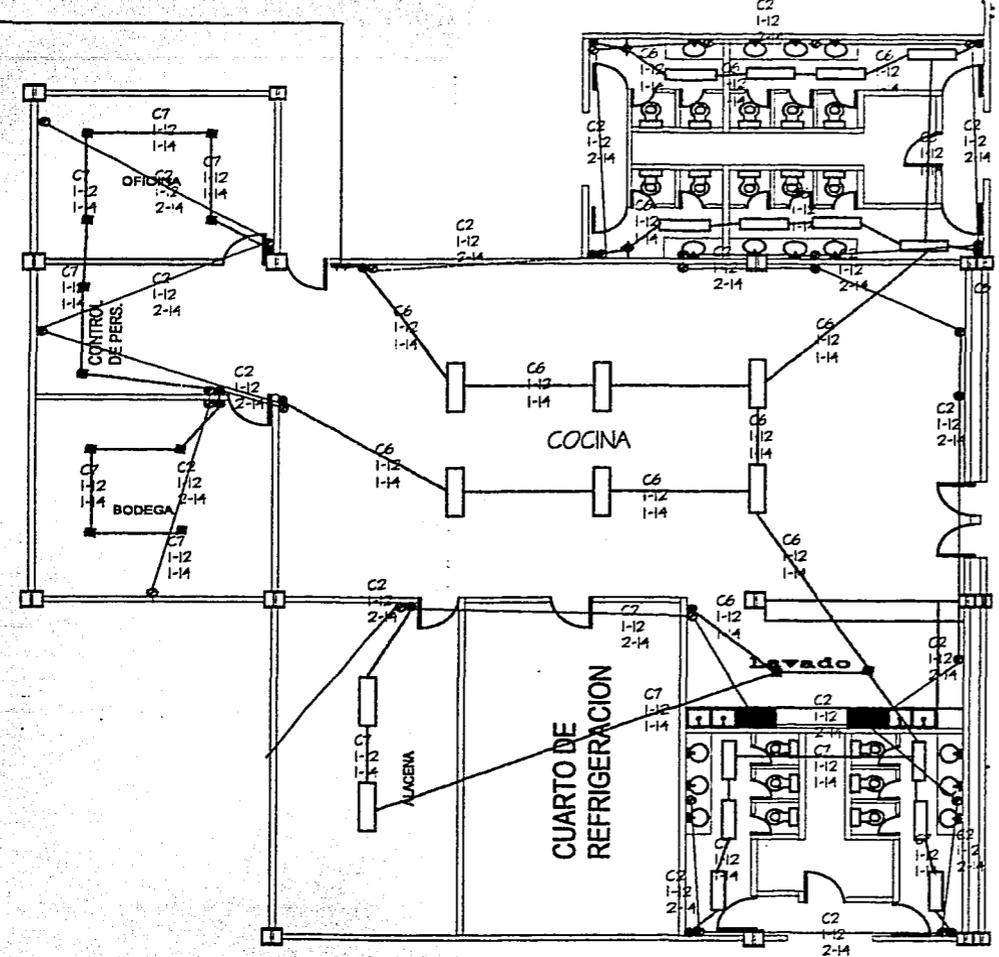


COCINA Y SANITARIOS

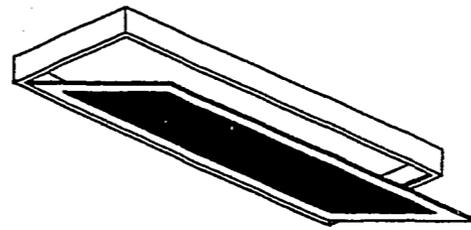

LUMINARIA FLUORESCENTE D 43 E

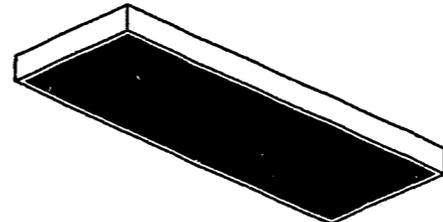

LUMINARIA FLUORESCENTE AD 43

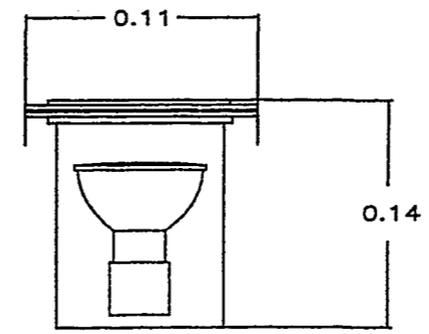


LUMINARIA SUMERGIBLE

0005 P. 02A.00A.	
ESPECIFICACIONES.	
	PLAFOND LUMINOSO A 43 2X74W
	LUMINARIA SUMERGIBLE 100W
	PLAFOND LUMINOSO D 43 E 2X40W
	APAGADOR
	CONTACTO SENCILLO 125W
	INTERRUPTOR DE PASTILLA
	INDICA TUBERIA POR PISO
	INDICA TUBERIA POR PLAFOND
	INDICA TUBERIA POR LOSA
TITULO: INSTALACION ELECTRICA-COCINA Y SANITARIOS	
PROYECTO: CENTRO DE CONVENCIONES Y EXPOSICIONES	
UBICACION: CALLE 9 N. Y. JOSE BALBOA ESQ. B.V. VICENTE VILLALBA Y CALLE SAN ANTONIO, CO. CAUCA, P. CAUCA, GUAPI	FECHA: 05 - 04 - 02
ALUMNO: MAURICIO SANCHEZ RAMIREZ	GRADO: IE-03
ASESORES: M. EN ARQ. JORGE CULIANO ARQ. MANUEL MEDINA ARQ. ERNESTO NATAREN DE LA ROSA	
ESCALA: 1:20	ORIENTACION:


TESIS PROFESIONAL

ESPECIFICACIONES: <ul style="list-style-type: none"> ▭ PLAFOND LUMINOSO D 43 E 2X40W ◆ LAMPARA DE BASE 100W ● FOCO PARA PISO FLUORESCENTE 75W ⊙ APAGADOR ⊗ CONTACTO SENCILLO 125W ⊢ INTERRUPTOR DE PASTILLA — INDICA TUBERIA POR PISO — INDICA TUBERIA POR PLAFOND — INDICA TUBERIA POR LOSA 													
<table border="1"> <tr> <td>TITULO</td> <td>INSTALACION ELECTRICA-CAFETERIA</td> </tr> <tr> <td>PROYECTO</td> <td>CENTRO DE CONVENCIONES Y EXPOSICIONES</td> </tr> <tr> <td>PROYECTADO POR</td> <td>MAURICIO SANCHEZ RAMIREZ</td> </tr> <tr> <td>FECHA</td> <td>05 - 04 - 02</td> </tr> <tr> <td>ALUMNO</td> <td>MAURICIO SANCHEZ RAMIREZ</td> </tr> <tr> <td>CATEDRA</td> <td>IE-04</td> </tr> </table>		TITULO	INSTALACION ELECTRICA-CAFETERIA	PROYECTO	CENTRO DE CONVENCIONES Y EXPOSICIONES	PROYECTADO POR	MAURICIO SANCHEZ RAMIREZ	FECHA	05 - 04 - 02	ALUMNO	MAURICIO SANCHEZ RAMIREZ	CATEDRA	IE-04
TITULO	INSTALACION ELECTRICA-CAFETERIA												
PROYECTO	CENTRO DE CONVENCIONES Y EXPOSICIONES												
PROYECTADO POR	MAURICIO SANCHEZ RAMIREZ												
FECHA	05 - 04 - 02												
ALUMNO	MAURICIO SANCHEZ RAMIREZ												
CATEDRA	IE-04												
ASESOR: M. EN ARQ. JORGE QUILAND ARQ. MANUEL MEDINA ARQ. EQUESTIO NATAREN DE LA ROSA													
ESCALA 1:20	ORIENTACION 												


TESIS PROFESIONAL

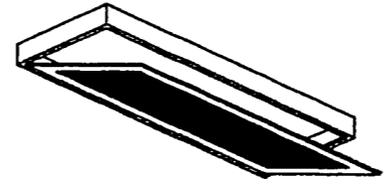


LUMINARIA FLUORESCENTE D 43 E

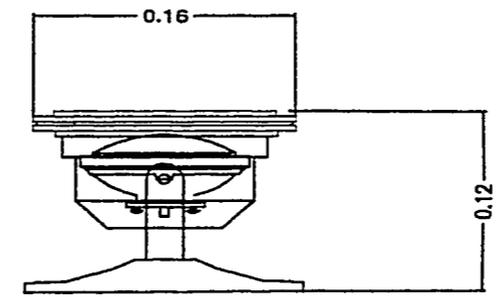

LAMPARA DE BASE

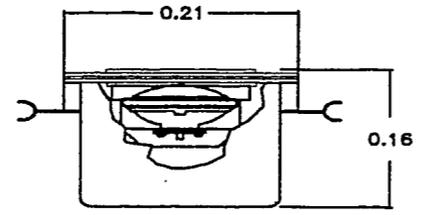


FOCO PARA PISO

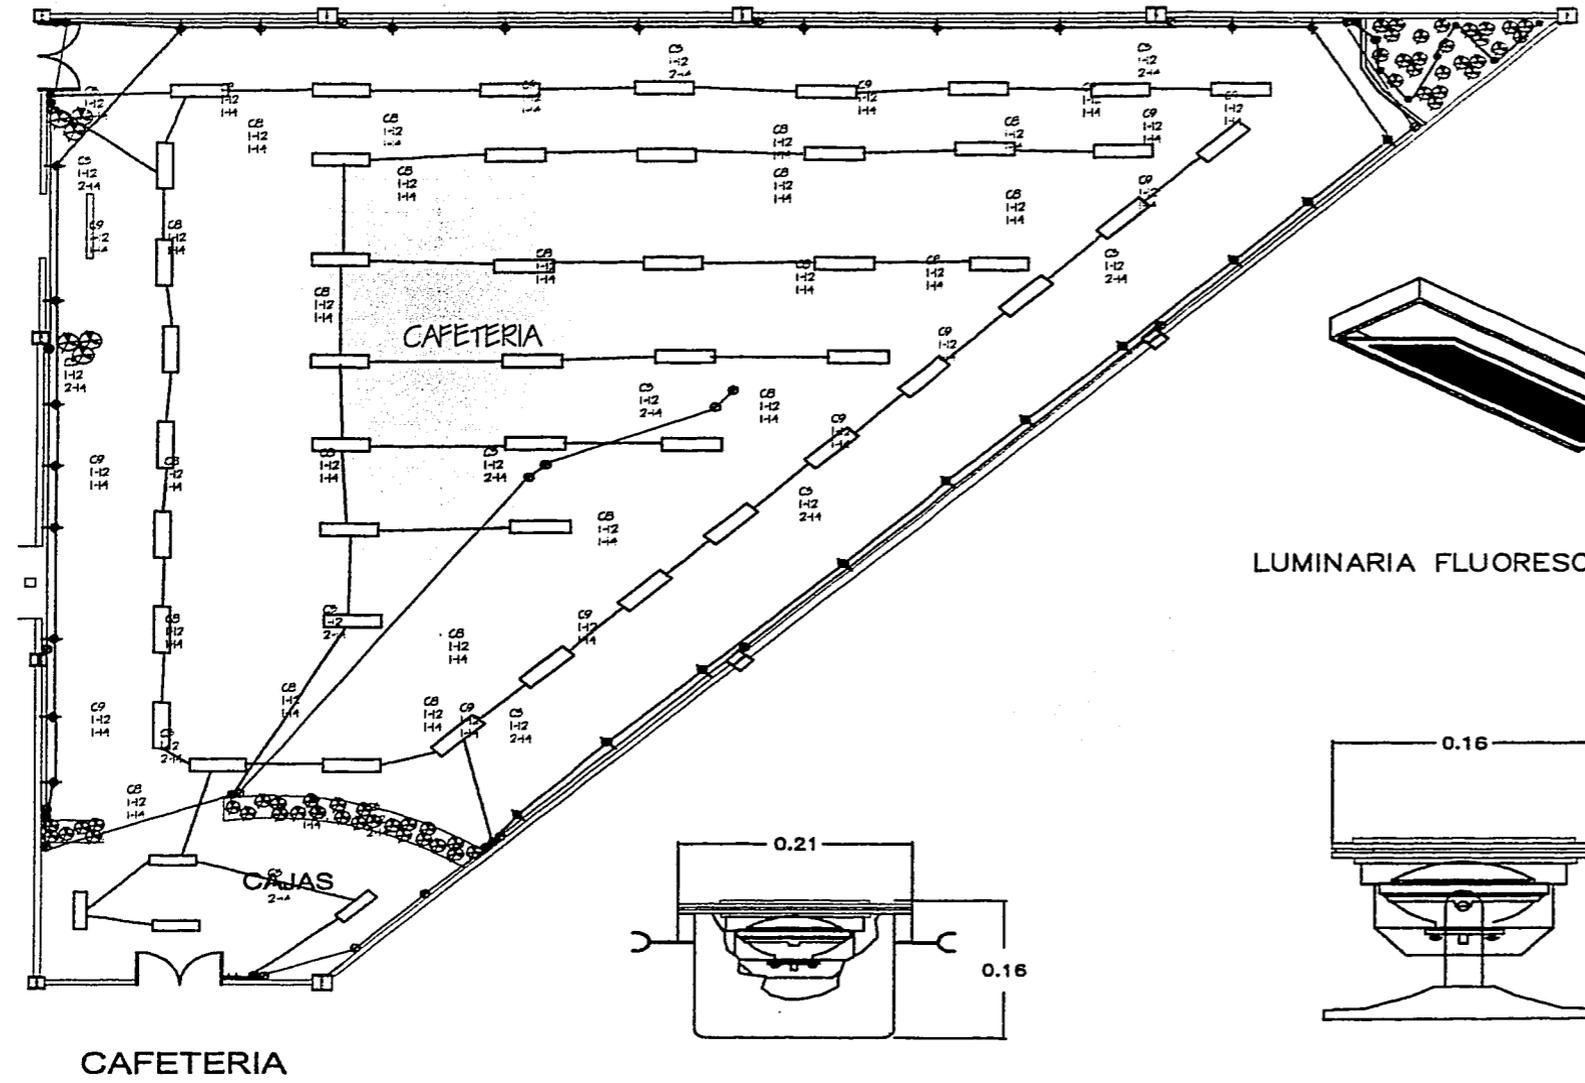



CAFETERIA

CAJAS


CAFETERIA

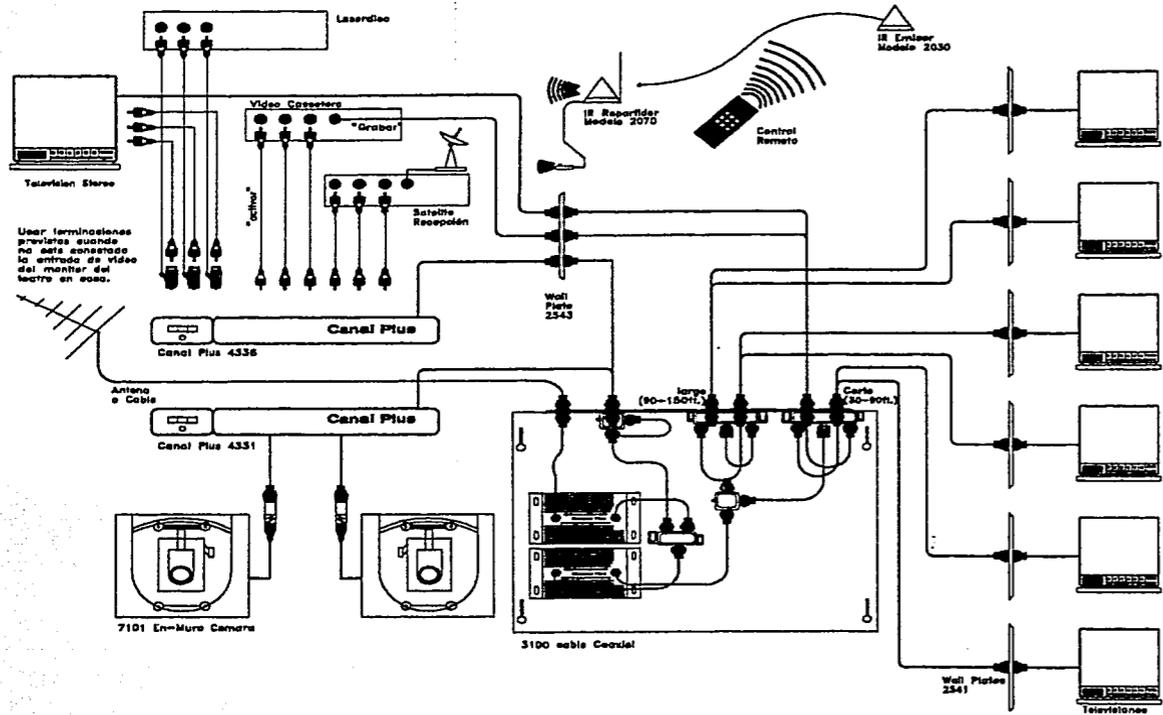



DETALLE DE DISTRIBUCION DE VIDEO MULTICUARTO

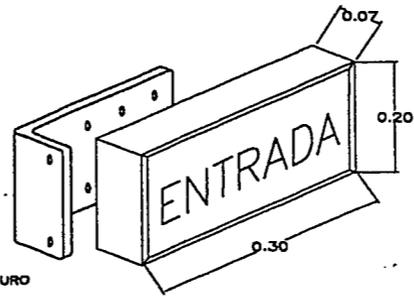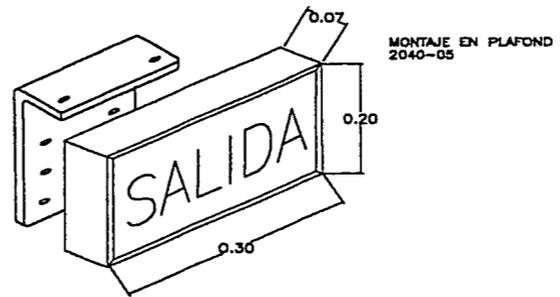

DETALLE DE SENALIZACION

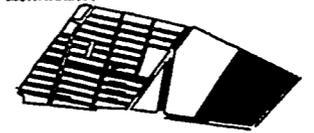			
DISEÑO LOCALIZADO			
			
NOMBRE: INSTALACIONES ESPECIALES			
PROYECTO: CENTRO DE CONVENCIONES Y EXPOSICIONES			
DISEÑO: DR. EN ARQ. JORGE MALLARINO, ING. EN VENEZUELA Y CALZ SAN MARCEL, COL. CLAYTON FELIX GUANAJAY		FECHA: 05 - 04 - 02	
ALIBRO: MAURICIO SANCHEZ RAMIREZ		CLAVE: IES-01	
ASORES: M. EN ARQ. JORGE GULLANO ARQ. MANUEL MEDINA ARQ. ERNESTO NATAREN DE LA ROSA			
ESCALA: 1:20		DIRECCION: 	

TESIS PROFESIONAL

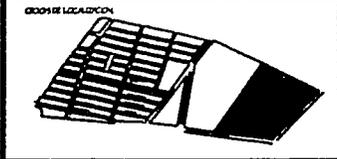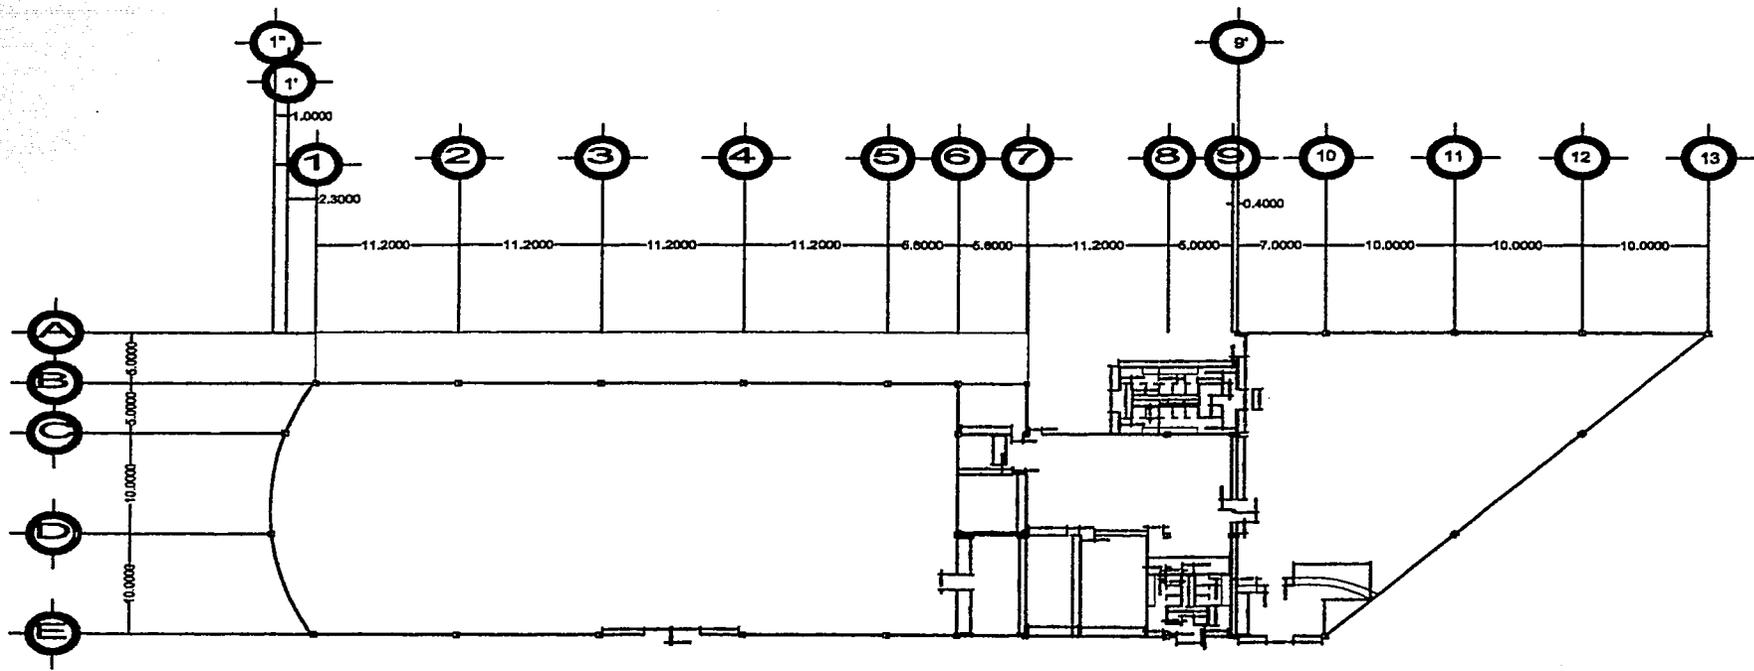



PLANO ALBANILERIA PLANTA

PROYECTO CENTRO DE CONVENCIONES Y EXPOSICIONES



UBICACION: DE 9 AV. JOSE BA MORELOS EST. RIV. VERDE WILSON Y CALLE 59 AV. INGEN. COL. CLAYTON GUANAJUATO
FECHA: 05-04-02

ALBANO: MAURICIO SANCHEZ RAMIREZ
DISEÑO: AL-01

ACORDA:
M. EN ARQ. JORGE GULLIANO
ARQ. MANUEL MEDINA
ARQ. ERNESTO NATAREN DE LA ROSA

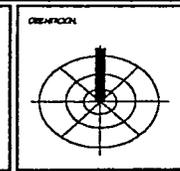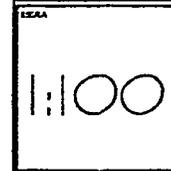

TESIS PROFESIONAL

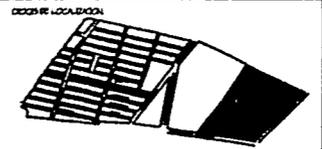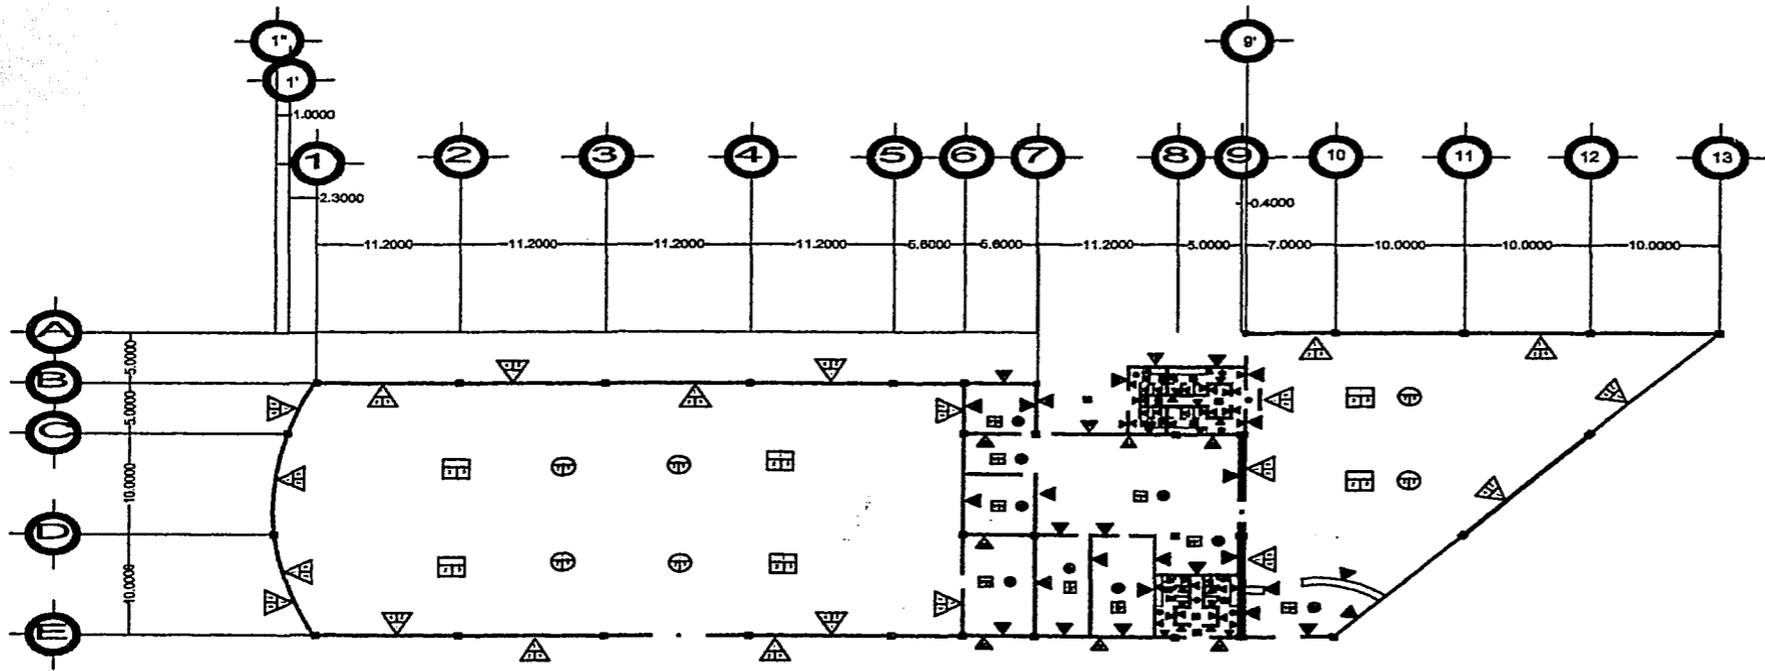

- ESPECIFICACIONES DE ACABADOS**
- PIEDRA**
1. Pavimentación de áreas comunes: 4" BSCC.
 2. Pavimentación de áreas de tránsito: 4" BSCC.
 3. Pavimentación de áreas de estacionamiento: 4" BSCC.
 4. Pavimentación de áreas de circulación: 4" BSCC.
 5. Pavimentación de áreas de circulación: 4" BSCC.
 6. Pavimentación de áreas de circulación: 4" BSCC.
 7. Pavimentación de áreas de circulación: 4" BSCC.
 8. Pavimentación de áreas de circulación: 4" BSCC.
 9. Pavimentación de áreas de circulación: 4" BSCC.
 10. Pavimentación de áreas de circulación: 4" BSCC.
 11. Pavimentación de áreas de circulación: 4" BSCC.
 12. Pavimentación de áreas de circulación: 4" BSCC.
 13. Pavimentación de áreas de circulación: 4" BSCC.
- ACABADOS**
1. Pavimentación de áreas comunes: 4" BSCC.
 2. Pavimentación de áreas de tránsito: 4" BSCC.
 3. Pavimentación de áreas de estacionamiento: 4" BSCC.
 4. Pavimentación de áreas de circulación: 4" BSCC.
 5. Pavimentación de áreas de circulación: 4" BSCC.
 6. Pavimentación de áreas de circulación: 4" BSCC.
 7. Pavimentación de áreas de circulación: 4" BSCC.
 8. Pavimentación de áreas de circulación: 4" BSCC.
 9. Pavimentación de áreas de circulación: 4" BSCC.
 10. Pavimentación de áreas de circulación: 4" BSCC.
 11. Pavimentación de áreas de circulación: 4" BSCC.
 12. Pavimentación de áreas de circulación: 4" BSCC.
 13. Pavimentación de áreas de circulación: 4" BSCC.


PLANO ACABADOS

PROYECTO CENTRO DE CONVENCIONES Y EXPOSICIONES



UBICACION: CAL 9 SIV. JOSE MA. MORELOS, EDO. B.V. MEDINA VA. TERRA Y CALLE SAN RAFAEL, COL. CIUDAD FELIZ, LEON GUERRERO. FECHA: 05-04-02

ALUMNO: MAURICIO SANCHEZ RAMIREZ C.A.S. AC-01

REVISOR: M. EN ARQ. JORGE GILIANO
 ARQ. MANUEL MEDINA
 ARQ. ERNESTO NATAREN DE LA ROSA


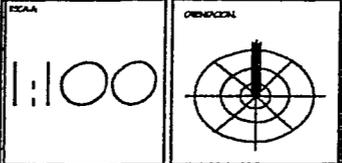


TESIS PROFESIONAL

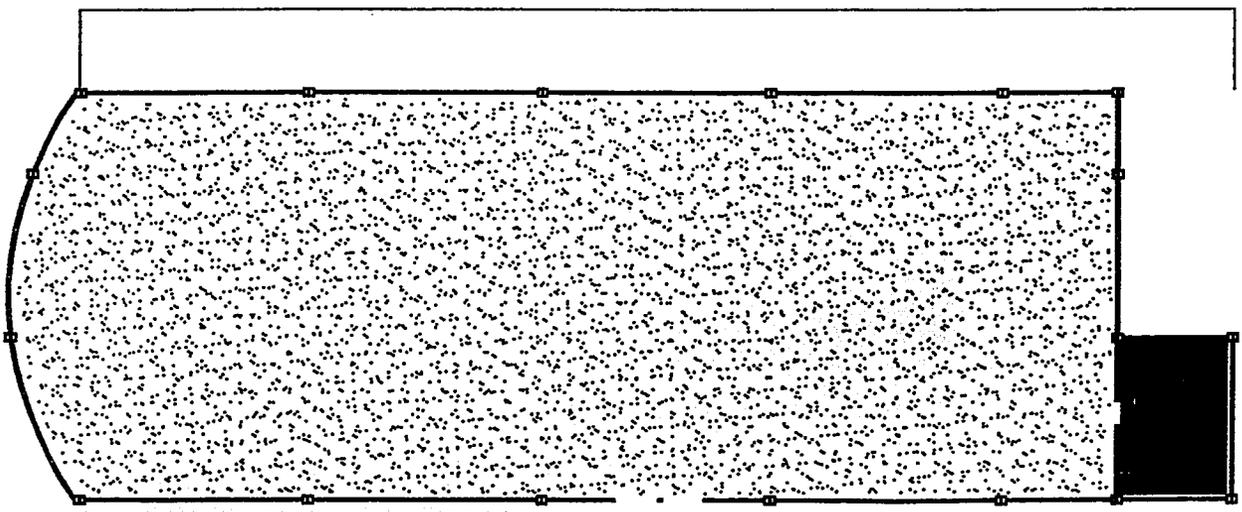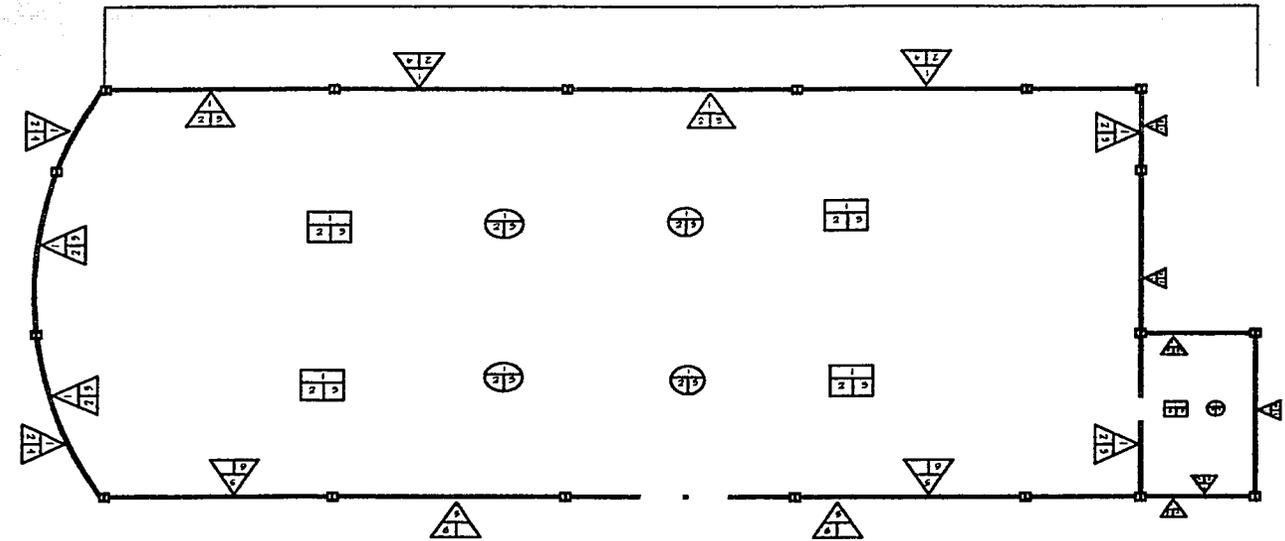


<p>DOORS DE LOCALIZACION</p>	
<p>ESPECIFICACIONES DE ACABADOS:</p> <p>PIES:</p> <ol style="list-style-type: none"> 1. Falso de concreto de 5cm de espesor, f: 250 kg 2. Pape alfombra de 25-4, marca Lux 3. Alfombra real, marca diana 20-4, marca Lux a vender 4. Concreto pulido, superficie f: 200 de 25mm 5. Paquetado para buena ventilación color negro 6. Laminas vitrificadas de 1943 cm, Marka color blanco <p>MUROS:</p> <ol style="list-style-type: none"> 1. Escombro clase CPS, Multigrad 2. Falsado de yeso de 1cm 3. Recubrimiento Scatex mod. 17 color 50 4. Pucholita Red. 8 Stone, cantaria rosa 5. Cantaria esmaltada en gris 6. Cristal termoprotector de Clear 7. Falsado de yeso de 1cm con color blanco 8. Capoteado 9. Falsado de yeso de 1cm con color blanco 10. Capoteado <p>TECOS:</p> <ol style="list-style-type: none"> 1. Laminado tipo WSA modelo 22 2. Estructura de acero de alma abierta 3. Acoplamiento 4. Estructura a base de yeso en acero 5. Falsado acústico mod. Luxa mod. Dux, marca Arlonex 	
<p>TIPO: ACABADOS LISOS MULTIPLES</p>	
<p>PROYECTO: CENTRO DE CONVENCIONES Y EXPOSICIONES</p>	
<p>UBICACION: CALLE 9 DE JULIO, ZONA INDUSTRIAL, BOGOTA, COLOMBIA</p>	<p>FECHA: 05-04-02</p>
<p>ARQUITECTO: MAURICIO SANCHEZ RAMIREZ</p>	<p>CLIENTE: AC-02</p>
<p>PROYECTOS: M. EN ARQ. JORGE CULIANO ARQ. MANUEL MEDINA ARQ. ERNESTO NATAREN DE LA ROSA</p>	
<p>ESCALA: 1:50</p>	<p>ORIENTACION: </p>

TESIS PROFESIONAL

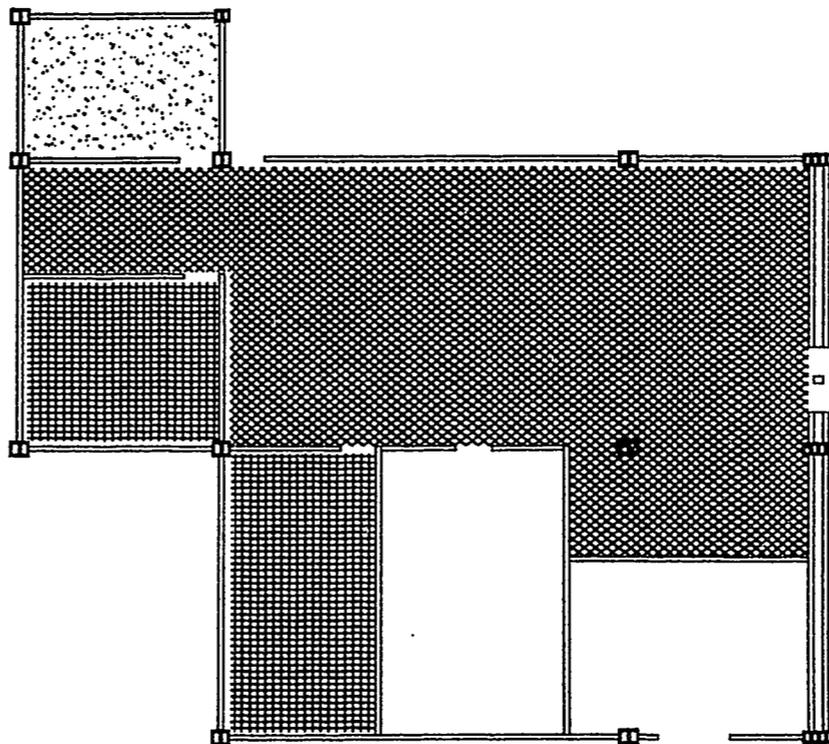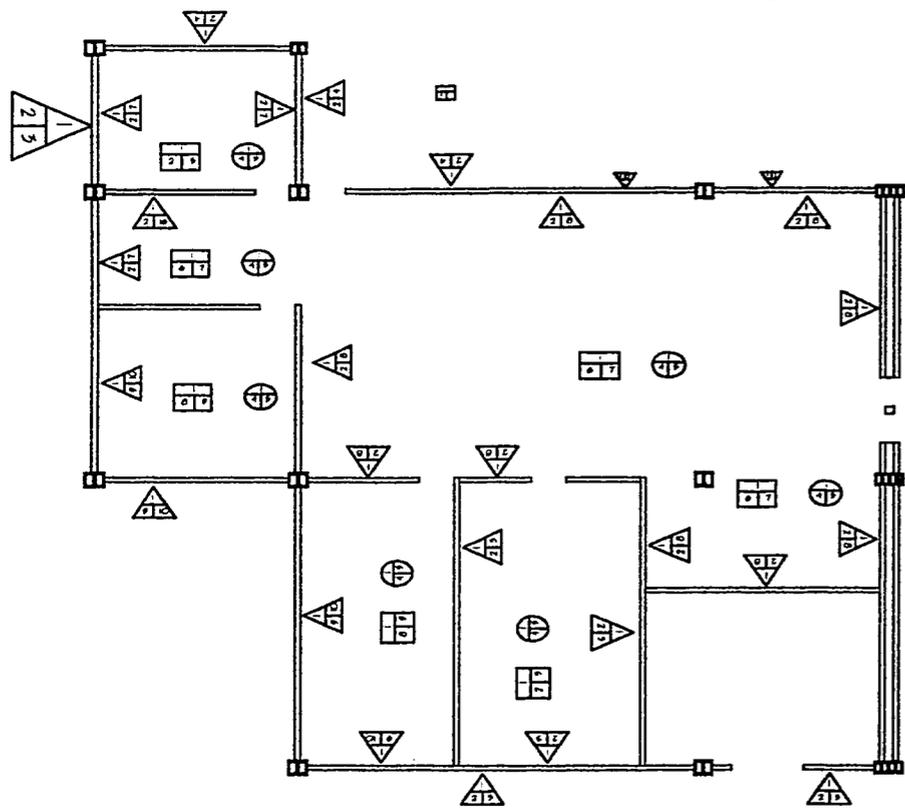


<p>DESPUE DE LOCALIZACION</p>	
<p>ESPECIFICACIONES DE ACABADOS.</p> <p>PISOS</p> <ol style="list-style-type: none"> 1. Fresa de concreto de 5 cm de espesor, 1:250 la 2. Dije de arena clase 25 1/2, peralte 1 cm. 3. Cemento blanco, numero 15-20,20 de 25 mm 4. Alambres red. suma clase 05-A, Lata para d'coro 5. crak Mazon de 1 cm de espesor 6. Leanta Marmaronic pulimentada de 50000 cm. mod. 52 Mero 7. Pavimento para leanta vitrica color negro 8. Leanta vitrica de 15x15 cm, Peralte color Mero <p>MUEBLES</p> <ol style="list-style-type: none"> 1. Estructura clase CP4, MAlpapel 2. Aluminio del tipo de 1 cm 4. Fajonada Eno. 8. Stone, cantina roca 7. recubrimiento Scantex mod. 12 color 29 8. Recubrimiento Scantex mod. 14 color 29 9. Aluminio de union de los con color aluminio IC. Capilante <p>TRUCOS</p> <ol style="list-style-type: none"> 1. Llave tipo BGA color 22 4. Estructura a base de mazo de acero 9. Pufford acortador mod. 160. D. 1 cm. marca: Antimoz 	
<p>ACABADOS COCINA</p>	
<p>PROYECTO: CENTRO DE CONVENCIONES Y EXPOSICIONES</p>	
<p>UBICACION: EN EL V. JOSE BALBUENA, EN EL V. VENEZUELA Y CALLE SAN MARTIN, C.C. CENTRO DE CONVENCIONES</p>	<p>FECHA: 05-04-02</p>
<p>ALBERO: MAURICIO SANCHEZ RAMIREZ</p>	<p>CLASE: AC-03</p>
<p>ARQUITECTOS: M. EN ARQ. JORGE OLLANO ARQ. MANUEL MEDINA ARQ. ERNESTO NATAREN DE LA ROSA</p>	
<p>ESCALA: 1:50</p>	<p>ORIENTACION: </p>

TESIS PROFESIONAL

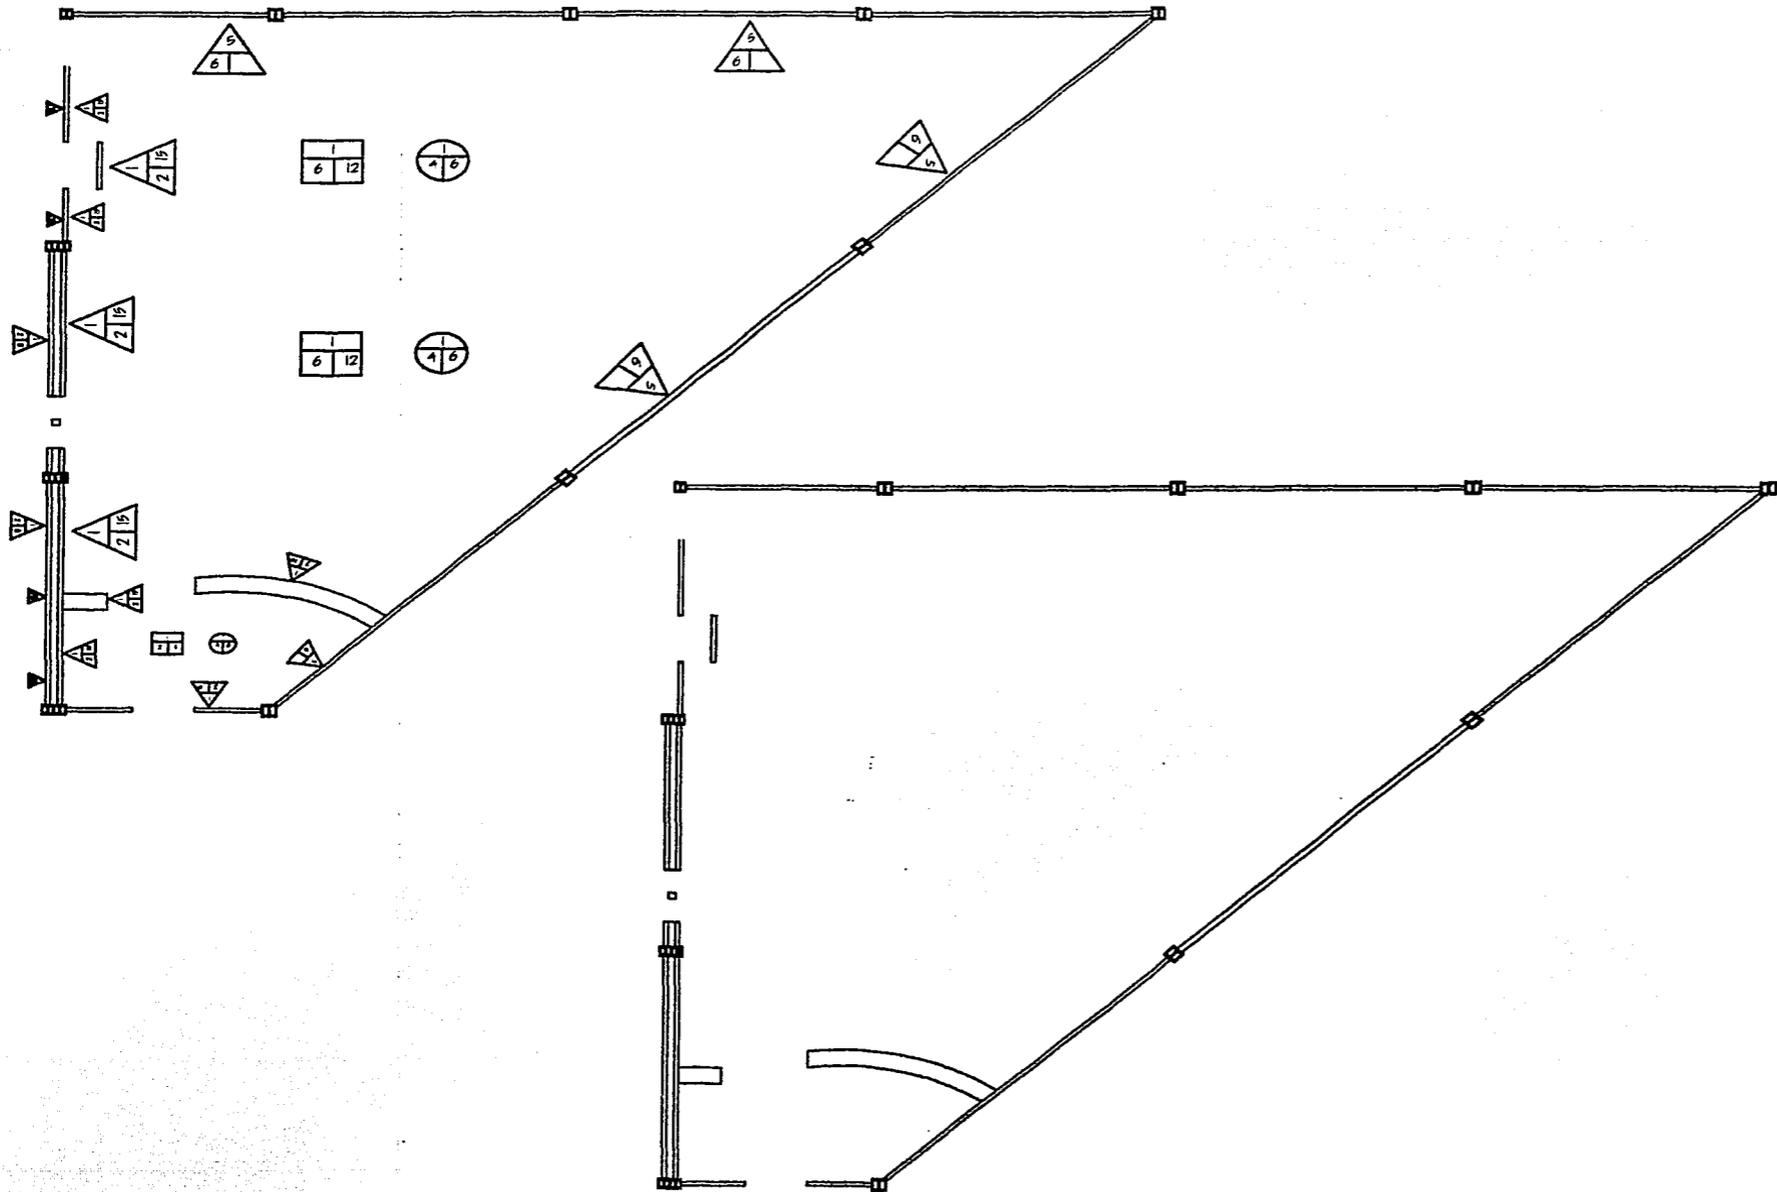



INDICES DE LOCALIZACION: 	
ESPECIFICACIONES DE ACABADOS: PISOS 1. Pava de cemento de 3cm de espesor, C:200 la 2. Pav. aliviana clase 75-3, versos lino 3. Versos lino de los 20 centímetros 4. Manta anti-arrugas clase 22-C, base con cau 5. Pav. Versos de 25 x 25 cm, color arena Verde MUEBLES 1. Escritorio clase OPS, M.40x60 2. Almacenaje de pap. de las 3. Pabellón Kuch 5 30cm, cartón mar 4. Casillero equipofondo en plomo 5. Credul. 4 cajones, altura de 100cm 6. Sillones de las Sirenas mod. 15 año 9 SECIEN 1. Lámpara tipo MHA, altura 22 2. Escritorio a base de metal en plate 3. Pabellón equipofondo mod. cartón, versos lino	
PLANTA ACABADOS CAFETERIA	
PROYECTO CENTRO DE CONVENCIONES Y EXPOSICIONES	
DIRECCION: CAL 9185, LEJE SAN MARCEL, ESQ. AV. VICENTE VALDIVIA Y CALLE SAN MARCEL, C.C. CENTRO FELICION GUAYAMA	FECHA: 05 - 04 - 02
ALUMNO: MAURICIO SANCHEZ RAMIREZ	CLASE: AC-04
ASESORIA: M. EN ARQ. JORGE OLLANO ARQ. MANUEL MEDINA ARQ. BRUNO NATAREN DE LA ROSA	
ESCALA: 1:50	ORIENTACION:

TESIS PROFESIONAL

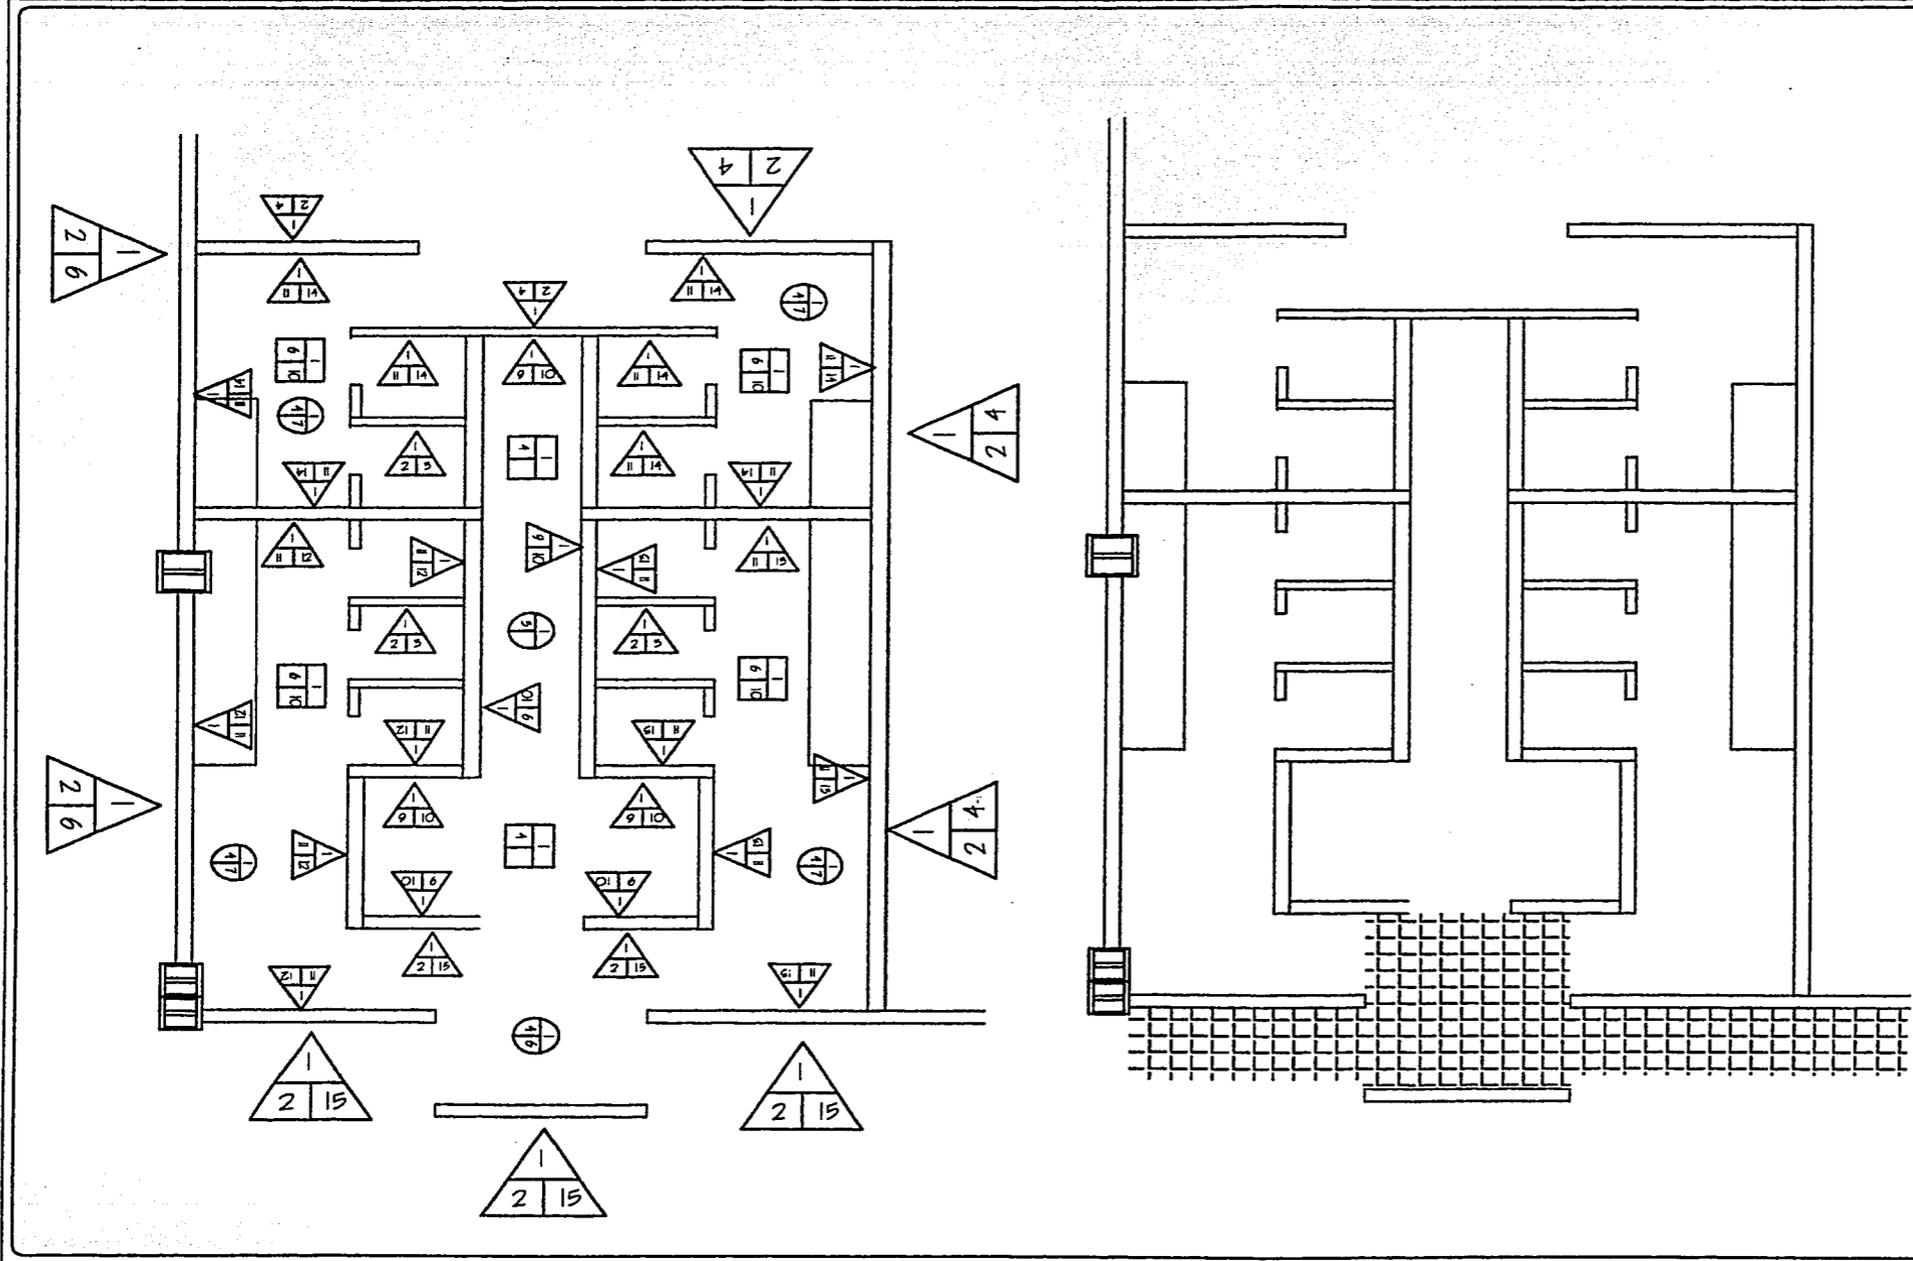


<p>ESPECIFICACIONES DE ACABADOS:</p> <p>PISOS:</p> <p>1. Pisos de concreto de 5cm de espesor, f'c 250 kg/cm²</p> <p>4. Cemento pulido, verturado f'c 200 de 25mm</p> <p>6. Gravel blanco de 1cm de espesor</p> <p>10. Loseta ceramica de 20x25cm, Kaestone color natural</p> <p>MUROS:</p> <p>1. Escombro clase O951, Multigranul</p> <p>9. Acabado de yeso de 1cm con color integrado</p> <p>10. Gypsum</p> <p>11. Pape anilico marca crest o similar</p> <p>12. Loseta intercarra de 20x25cm, mod 14 color gris oscuro</p> <p>13. Loseta intercarra de 20x25cm, mod 14 color gris claro</p> <p>14. Loseta intercarra de 20x25cm, mod. 8 color blanco</p> <p>TECHOS:</p> <p>1. Luminaria tipo WSA calibre 22</p> <p>3. Aparato</p> <p>4. Estructura a base de viga de acero</p> <p>7. Plafond mod. 100, marca Armstrong</p>	
<p>TIPO: ACABADOS SANITARIOS 2</p>	
<p>PROYECTO: CENTRO DE CONVENCIONES Y EXPOSICIONES</p>	
<p>UBICACION: CALLE 9 N. 1015, ZONA INDUSTRIAL, BOGOTA, COLOMBIA</p>	<p>FECHA: 05 - 04 - 02</p>
<p>ARQUITECTO: MAURICIO SANCHEZ RAMIREZ</p>	<p>CADENA: AC-08</p>
<p>ASISTENTE: M. EN ARQ. JORGE CULIANO ARQ. MANUEL MEDINA ARQ. ERNESTO NATARIN DE LA ROSA</p>	
<p>ESCALA: 1:50</p>	<p>ORIENTACION: </p>

TESIS PROFESIONAL

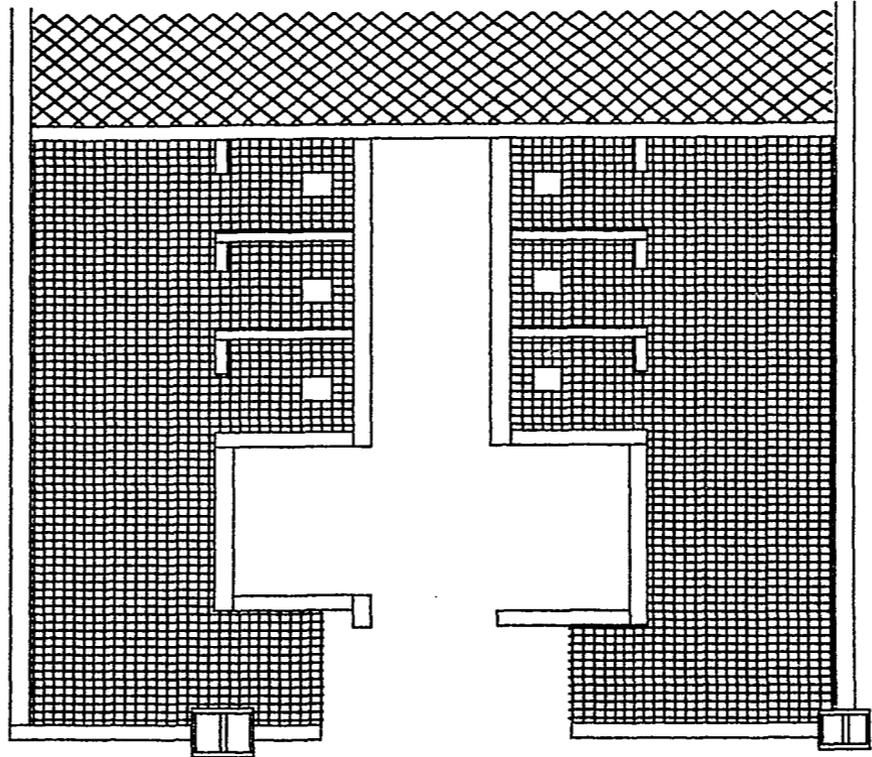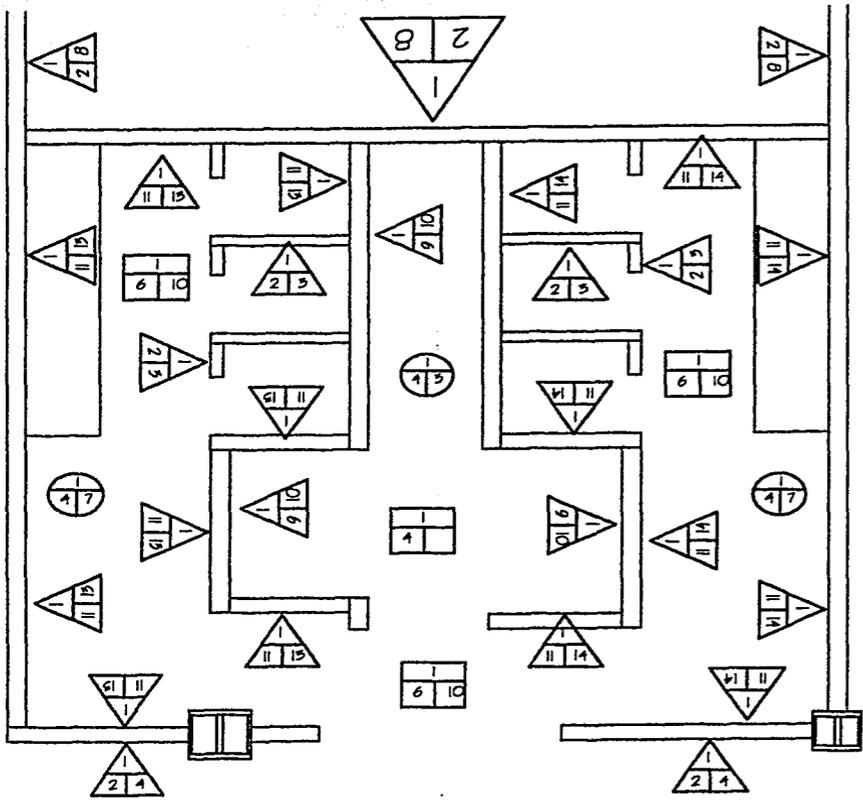


OBRAS PLANEADAS 	
ESPECIFICACIONES DE ACABADOS: PIESOS 1. Fresa de concreto de 5cm de espesor, f'c 250 kg/cm ² 2. Concreto pulido, mortero f'c 200 de 25mm 3. Crest blanco de 1cm de espesor 4. Laminilla ceramica de 20x25cm, Kaptone color natural MUROS 1. Estructura de mazo O951, Mazonado 2. Acabado de yeso de lon con color integrado 3. Color blanco 4. Fresa de yeso marca orlat o similar 5. Laminilla ceramica de 20x25cm, mod 14 color oro afron 6. Laminilla ceramica de 20x25cm, mod 14 color oro base TECHOS 1. Luminera tipo HSA calibre 22 2. Aparato 3. Estructura a base de viga de acero 4. Material modulado mod. Ultra, marca Armstrong	
PARA ACABADOS SANITARIOS I	
PROYECTO CENTRO DE CONVENCIONES Y EXPOSICIONES	
PROYECTA: DR. RIVY JOSE MA. NICOLAS EST. RIVY NICOME VALERIA Y CALE SAN RAFAEL, C.C. CEPREPEL HONGKONG/CHINA	FECHA: 05 - 04 - 02
ALUMNO: MAURICIO SANCHEZ RAMIREZ	GRUPO: AC-06
ASISTENTES: M. EN ARQ. JORGE GULLIANO ARQ. MANUEL MEDINA ARQ. ERNESTO NATAREN DE LA ROSA	
ESCALA: 1:50	ORIENTACION:


TESIS PROFESIONAL

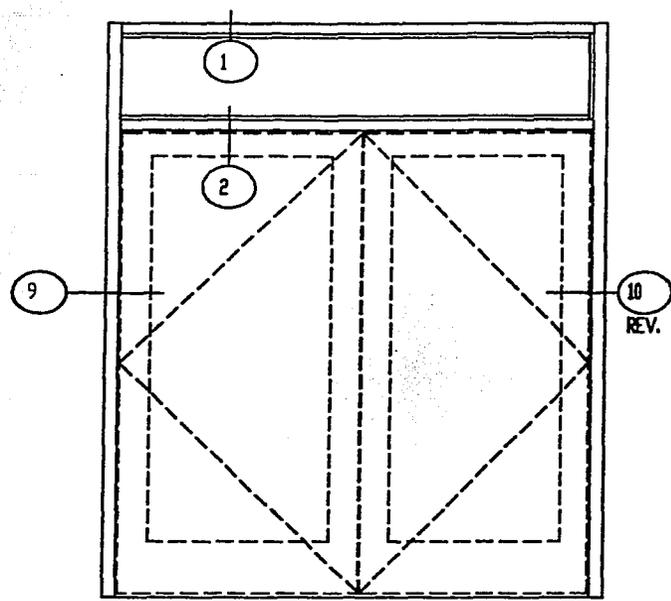


DISEÑO DE MARCO
(PUERTA DOBLE, LATERALES Y CABEZAL)

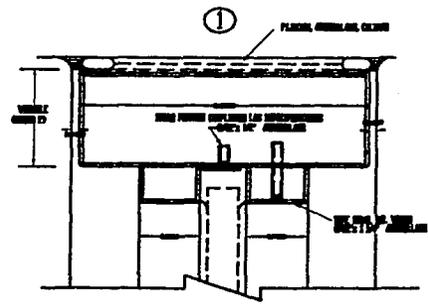


DISEÑO TRAVESANO DEL CABEZAL

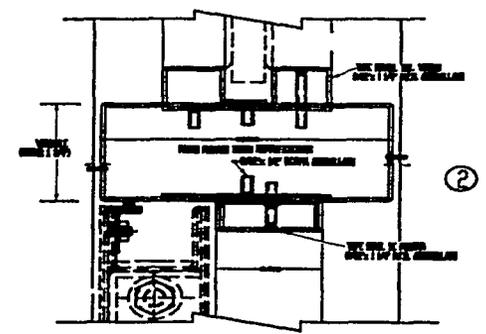

DISEÑO DE UMBRAL DE TRAVESANO
Y CABEZAL DE PUERTA

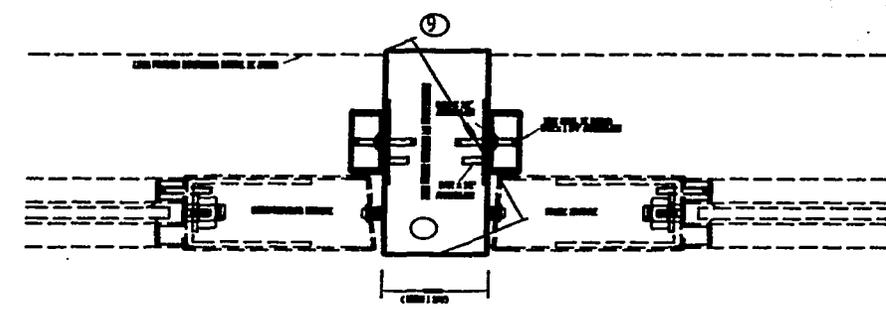


DISEÑO DEL PARTELUZ DE LA PUERTA

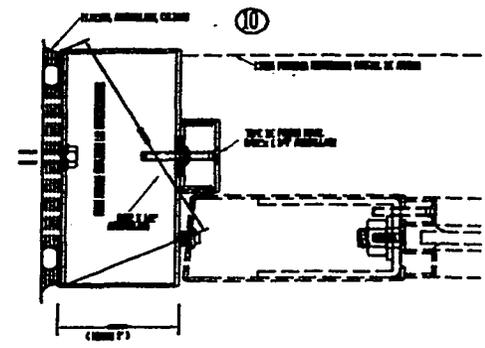

DISEÑO AJUSTE DE PUERTA

CUBO DE LOCALIZACIÓN													
<table border="1"> <tr> <td>TÍTULO</td> <td>PUERTA CANCELERIA</td> </tr> <tr> <td>PROYECTO</td> <td>CENTRO DE CONVENCIONES Y EXPOSICIONES</td> </tr> <tr> <td>DIRECCIÓN</td> <td>CALLE 9 SUR, JOSE MA. MORELOS, ESQ. SUR, NOROCCIDENTE Y CALLE SAN RAFAEL, COL. CROMOPEL, BOGOTÁ</td> </tr> <tr> <td>FECHA</td> <td>05-04-02</td> </tr> <tr> <td>ALUMNO</td> <td>MAURICIO SANCHEZ RAMIREZ</td> </tr> <tr> <td>CLASE</td> <td>C-01</td> </tr> </table>		TÍTULO	PUERTA CANCELERIA	PROYECTO	CENTRO DE CONVENCIONES Y EXPOSICIONES	DIRECCIÓN	CALLE 9 SUR, JOSE MA. MORELOS, ESQ. SUR, NOROCCIDENTE Y CALLE SAN RAFAEL, COL. CROMOPEL, BOGOTÁ	FECHA	05-04-02	ALUMNO	MAURICIO SANCHEZ RAMIREZ	CLASE	C-01
TÍTULO	PUERTA CANCELERIA												
PROYECTO	CENTRO DE CONVENCIONES Y EXPOSICIONES												
DIRECCIÓN	CALLE 9 SUR, JOSE MA. MORELOS, ESQ. SUR, NOROCCIDENTE Y CALLE SAN RAFAEL, COL. CROMOPEL, BOGOTÁ												
FECHA	05-04-02												
ALUMNO	MAURICIO SANCHEZ RAMIREZ												
CLASE	C-01												
AUTORES: M. EN ARQ. JORGE GILIANO ARQ. MANUEL MEDINA ARQ. ERNESTO NATAREN DE LA ROSA													
ESCALA	1:20												
ORIENTACIÓN													


TESIS PROFESIONAL

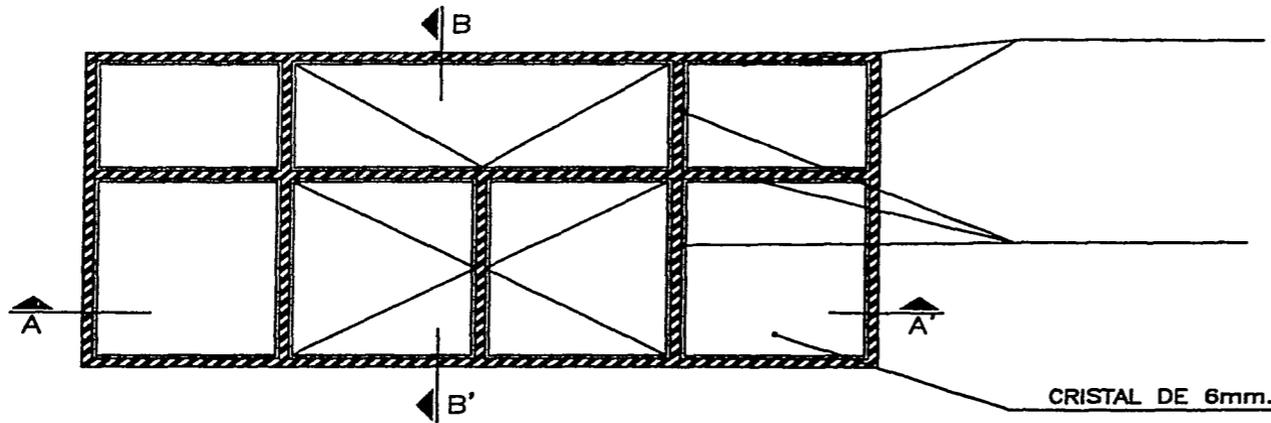

MARCO DE VENTANA DE PERFIL TUBULAR ZINTRO ZV-121 CAL.18, DE 25 x 57 mm. O SIMILAR


1" DOBLE ZINTRO ZV-127 CAL.18 DE 25 x 57 mm. O SIMILAR

CRISTAL DE 6mm.

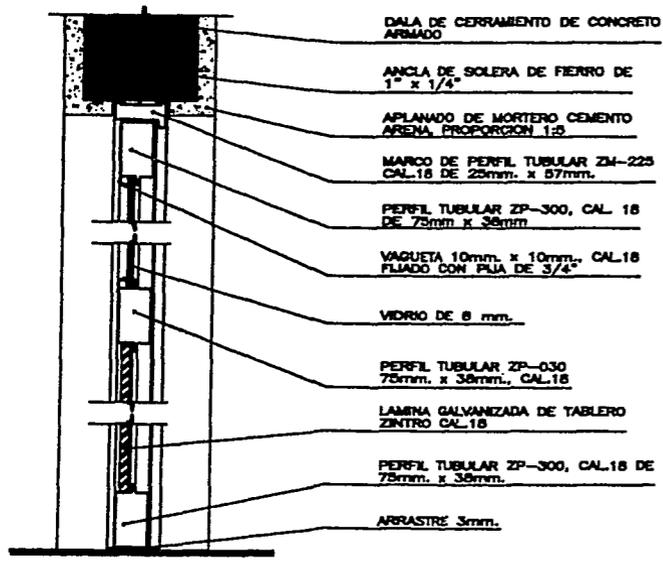

CORTE "B"

- DALA DE CERRAMIENTO DE CONCRETO ARMADO
- ANCLA DE SOLERA DE FIERRO DE 1" x 1/4"
- APLANADO DE MORTERO CEMENTO ARENA PROPORCION 1:3
- MARCO DE PERFIL TUBULAR ZM-225 CAL.18 DE 25mm. x 57mm.
- PERFIL TUBULAR ZP-300, CAL. 18 DE 75mm x 38mm
- VAGUETA 10mm. x 10mm., CAL.18 FIJADO CON PLJA DE 3/4"
- VIDRIO DE 6 mm.
- PERFIL TUBULAR ZP-030 75mm. x 38mm., CAL.18
- LAMINA GALVANIZADA DE TABLERO ZINTRO CAL.18
- PERFIL TUBULAR ZP-300, CAL.18 DE 75mm. x 38mm.
- ARRASTRE 3mm.

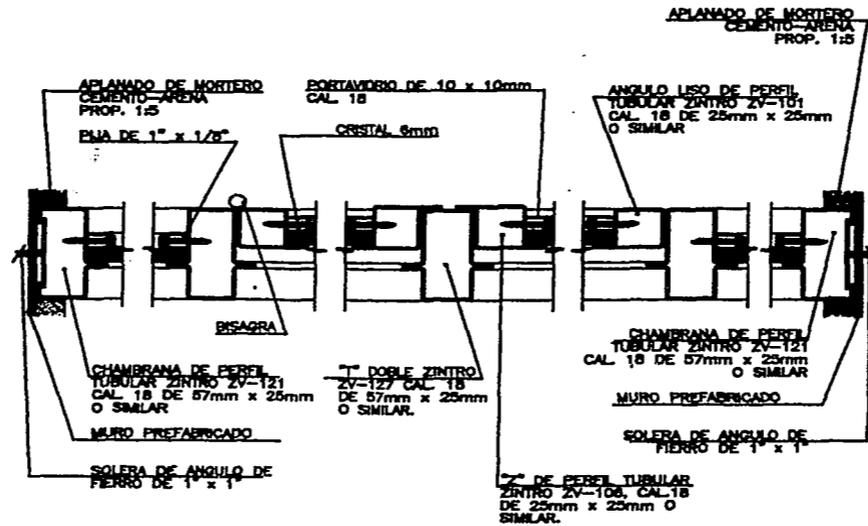


CORTE A VENTANA TUBULAR


- APLANADO DE MORTERO CEMENTO-ARENA PROP. 1:3
- PORTAVIDRIO DE 10 x 10mm CAL. 18
- ANGULO LISO DE PERFIL TUBULAR ZINTRO ZV-101 CAL. 18 DE 25mm x 25mm O SIMILAR
- CRISTAL 6mm
- PLJA DE 1" x 1/8"
- BISAGRA
- CHAMBRANA DE PERIL TUBULAR ZINTRO ZV-121 CAL. 18 DE 57mm x 25mm O SIMILAR
- MURO PREFABRICADO
- SOLERA DE ANGULO DE FIERRO DE 1" x 1"
- 1" DOBLE ZINTRO CAL. 18 DE 57mm x 25mm O SIMILAR
- MURO PREFABRICADO
- CHAMBRANA DE PERIL TUBULAR ZINTRO ZV-121 CAL. 18 DE 57mm x 25mm O SIMILAR
- ANGULO LISO DE PERIL TUBULAR ZINTRO ZV-101 CAL. 18 DE 25mm x 25mm O SIMILAR
- APLANADO DE MORTERO CEMENTO-ARENA PROP. 1:3
- 1" DOBLE ZINTRO CAL. 18 DE 57mm x 25mm O SIMILAR
- CHAMBRANA DE PERIL TUBULAR ZINTRO ZV-106 CAL.18 DE 25mm x 25mm O SIMILAR.

<p>NOTAS DE ESPECIFICACIONES</p> <p>1. MARCO DE VENTANA</p> <p>2. CRISTAL</p> <p>3. BISAGRA</p> <p>4. PORTAVIDRIO</p> <p>5. ANGULO LISO</p> <p>6. CHAMBRANA</p> <p>7. MURO PREFABRICADO</p> <p>8. SOLERA DE ANGULO</p>	
<p>CARGA CANCELERIA VENTANAS OFICINAS</p>	
<p>PROYECTO CENTRO DE CONVENCIONES Y EXPOSICIONES</p>	
<p>UBICACION DEL PROYECTO EN EL PLAN DE LA CIUDAD</p>	<p>FECHA 05-04-02</p>
<p>ARQUITECTO MAURICIO SANCHEZ RAMIREZ</p>	<p>CARGA C-02</p>
<p>REVISOR M. EN ARQ. JORGE GILIANO ARQ. MANUEL MEDINA ARQ. ERNESTO NATAREN DE LA ROSA</p>	
<p>ESCALA 1:20</p>	<p>ORIENTACION</p>

TESIS PROFESIONAL

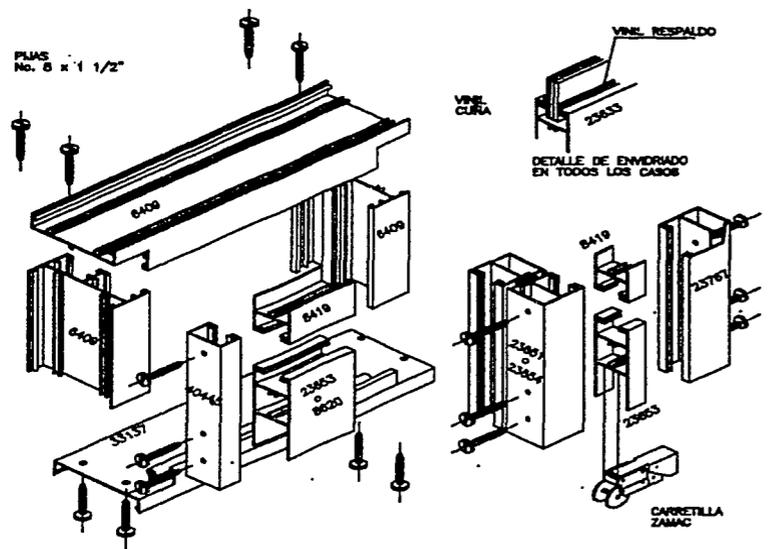


DETALLE DE ARMADO DE VENTANA ISOMETRICO

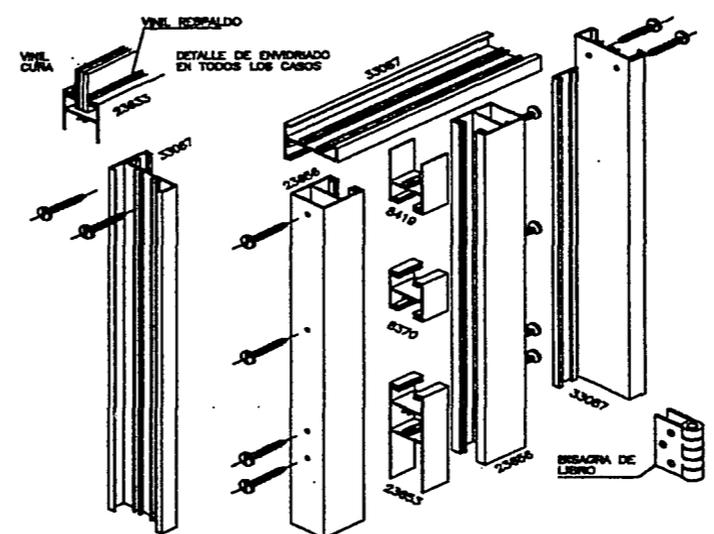




DETALLE DE ARMADO DE VENTANA ISOMETRICO

<p>ODOS DE LOCALIZACION</p>	
<p>NOTAS DE ESPECIFICACIONES</p> <p>MINIMA DE PERFILES DE ALUMINO EXTRUADO</p> <ul style="list-style-type: none"> LOS MEMBROS HORIZONTALES QUE EXPOSITOS VIENTO O CALZADA DEBE SER DE ALUMINO EXTRUADO DE 2 1/2" DE ANCHO Y 1/2" DE ALTO. EN LOS CASOS QUE EXPOSITOS AL VIENTO O CALZADA DEBE SER DE ALUMINO EXTRUADO DE 2 1/2" DE ANCHO Y 1/2" DE ALTO. EN LOS CASOS QUE EXPOSITOS AL VIENTO O CALZADA DEBE SER DE ALUMINO EXTRUADO DE 2 1/2" DE ANCHO Y 1/2" DE ALTO. PERFILES DE ALUMINO EXTRUADO EN LA VENTANA DEBE SER DE ALUMINO EXTRUADO DE 2 1/2" DE ANCHO Y 1/2" DE ALTO. EN LOS CASOS QUE EXPOSITOS AL VIENTO O CALZADA DEBE SER DE ALUMINO EXTRUADO DE 2 1/2" DE ANCHO Y 1/2" DE ALTO. REVESTIMIENTO INTERNO DE LA VENTANA DEBE SER DE ALUMINO EXTRUADO DE 2 1/2" DE ANCHO Y 1/2" DE ALTO. EN LOS CASOS QUE EXPOSITOS AL VIENTO O CALZADA DEBE SER DE ALUMINO EXTRUADO DE 2 1/2" DE ANCHO Y 1/2" DE ALTO. 	
<p>TITULO: CANCELERIA DETALLES DE VENTANAS</p>	
<p>PROYECTO: CENTRO DE CONVENCIONES Y EXPOSICIONES</p>	
<p>UBICACION: EN BLVD JOSE MA ACRELOS 150 BLV VENEZUELA Y CALLE SAN MARCELO COL. CENTRO PUEBLO VIEJO</p>	<p>FECHA: 05 - 04 - 02</p>
<p>ALUMNO: MAURICIO SANCHEZ RAMIREZ</p>	<p>GRADO: C-03</p>
<p>ASISTENTE: M. EN ARQ. JORGE GILIANO ARQ. MANUEL MEDINA ARQ. ERNESTO NATAREN DE LA ROSA</p>	
<p>PLANTA: S/E</p>	<p>DIRECCION: </p>

TESIS PROFESIONAL

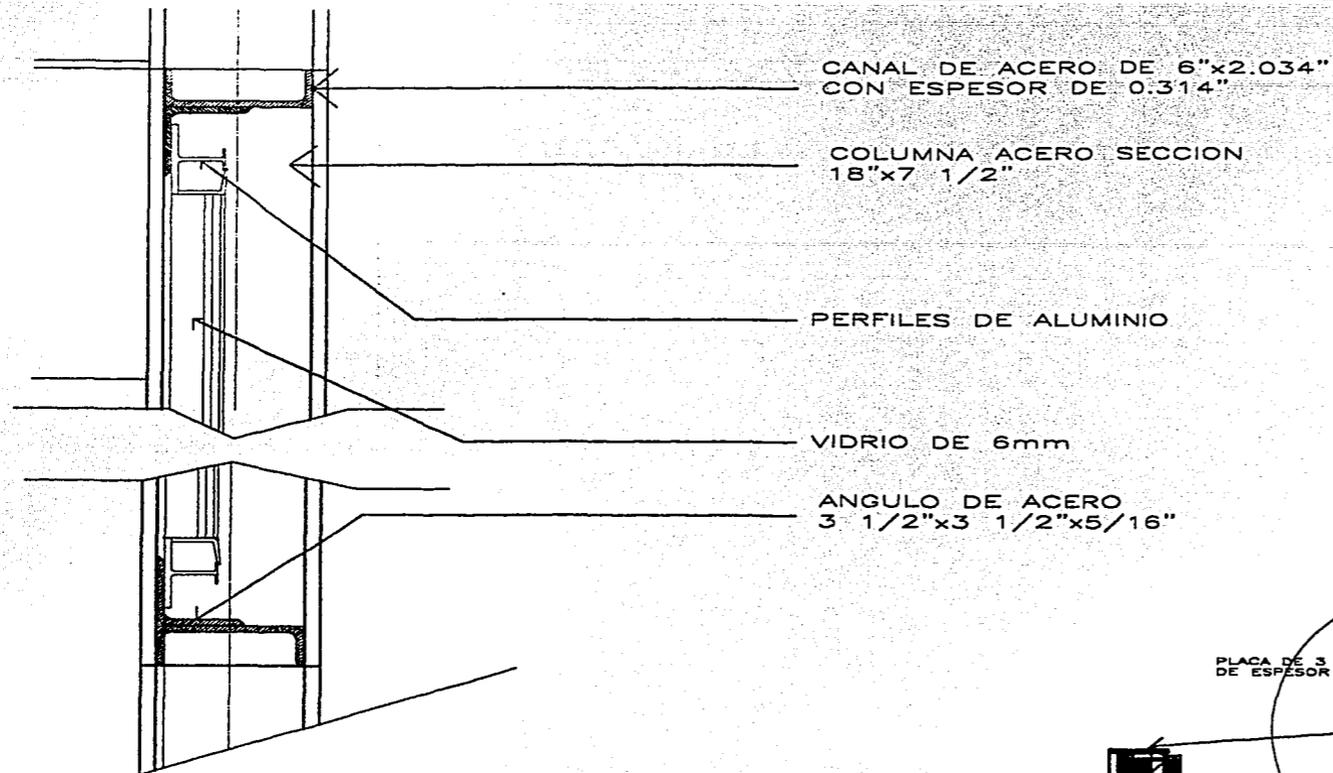


CORTE A'

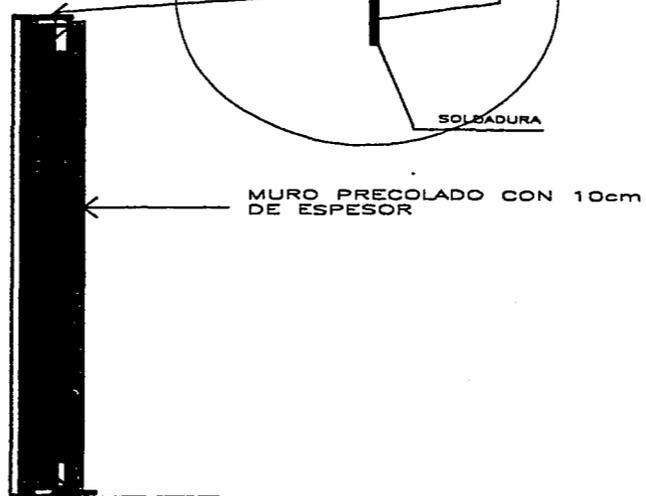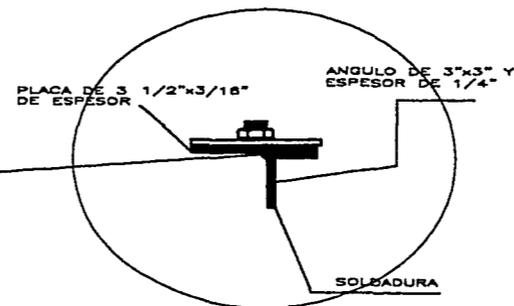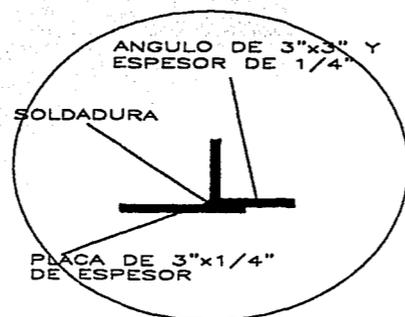


DESCRIPCION	
PARA: DETALLES CANCELERIA	
PROYECTO: CENTRO DE CONVENCIONES Y EXPOSICIONES	
UBICACION: CALLE 25 DE JULIO Y CALLE 100 EN HORREO VILLAS Y CALLE 25 DE JULIO, CO. GUAYMAS, PUNTA CANALES	FECHA: 09 - 04 - 02
ALUMNO: MAURICIO SANCHEZ RAMIREZ	GRUPO: DC-1
ASESOR: M. EN ARQ. JORGE GUANO ARQ. MANUEL MEDINA ARQ. ERNESTO NATAREN DE LA ROSA	
ESCALA: 1:25	ORIENTACION:


TESIS PROFESIONAL

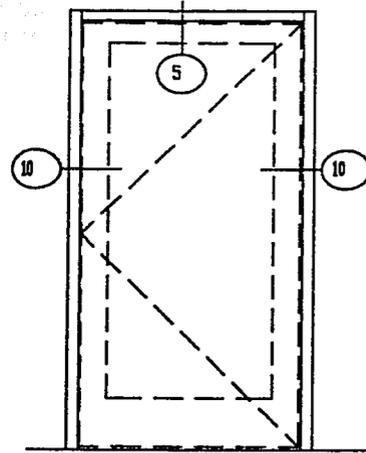


DISEÑO DE ARMAZÓN P1

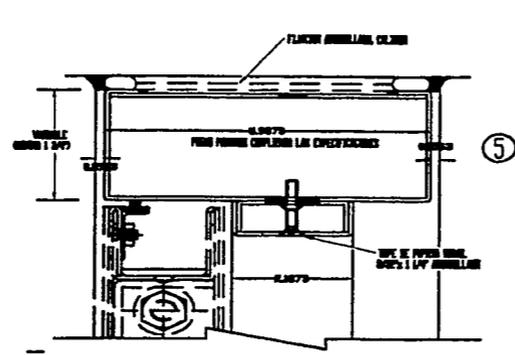


DISEÑO CABEZAL DE PUERTA

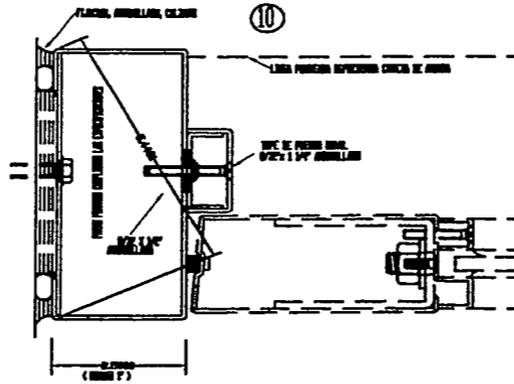

DISEÑO AJUSTE DE PUERTA

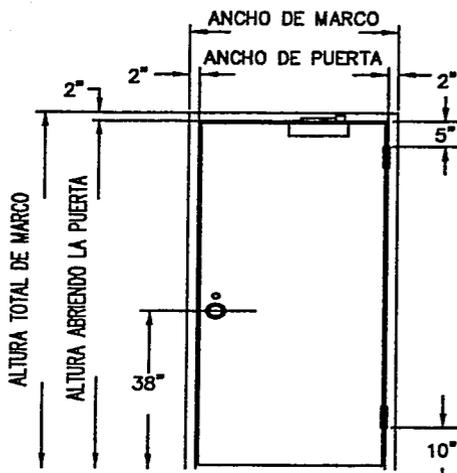


LADO PUBLICO P2
BISEL OPUESTO DE LA DERACHA

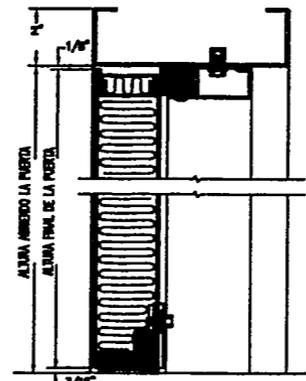

SECCION VERTICAL







CONSTRUCCION TIPICA DE CANTO
ARRIBA Y ABAJO CERRADURAS Y VALVULAS GIRABLES

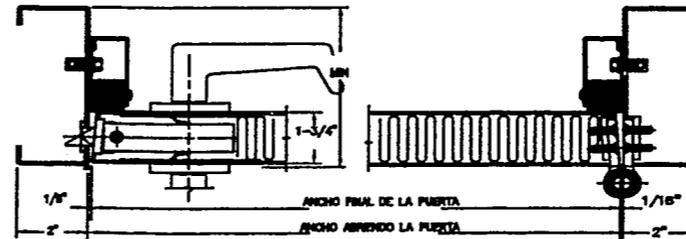

SECCION HORIZONTAL




TITULO DE LOCALIDAD	
PLANTA: PUERTAS CARPINTERIA PROYECTA: CENTRO DE CONVENCIONES Y EXPOSICIONES REGION: E.L. S. B.V. JOSÉ M. ACEVEDO, E.L. S. B.V. NICOLÁS VALERIO Y CALLE SAN ANTONIO, C.O. CEPYD P.E.L. LEÓN GUAYMALINGO. TIGUA 05 - 04 - 02	
ABRIDA: MAURICIO SANCHEZ RAMIREZ	CLASE: CR-01
ARQUITECTOS: M. EN ARQ. JORGE GILLIANO ARQ. MANUEL MEDINA ARQ. ERNESTO NATAREN DE LA ROSA	
ESCALA: 1:50	ORIENTACION:

TESIS PROFESIONAL

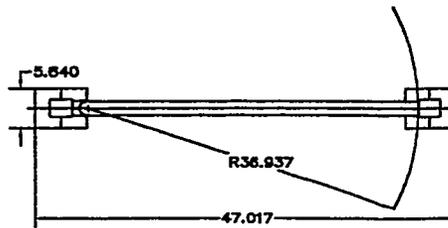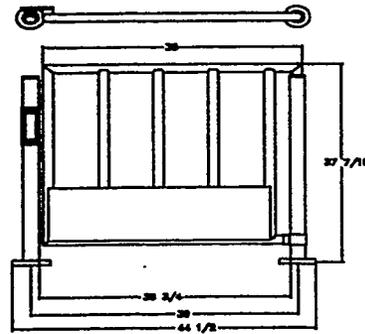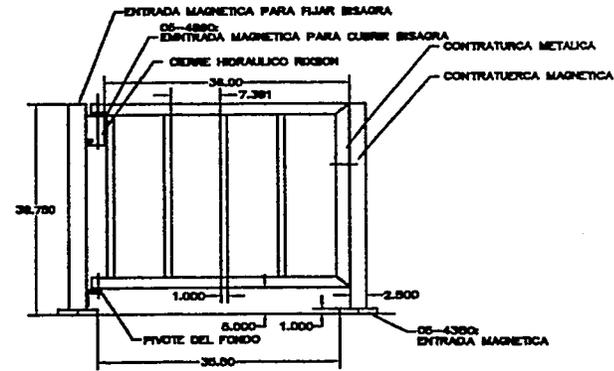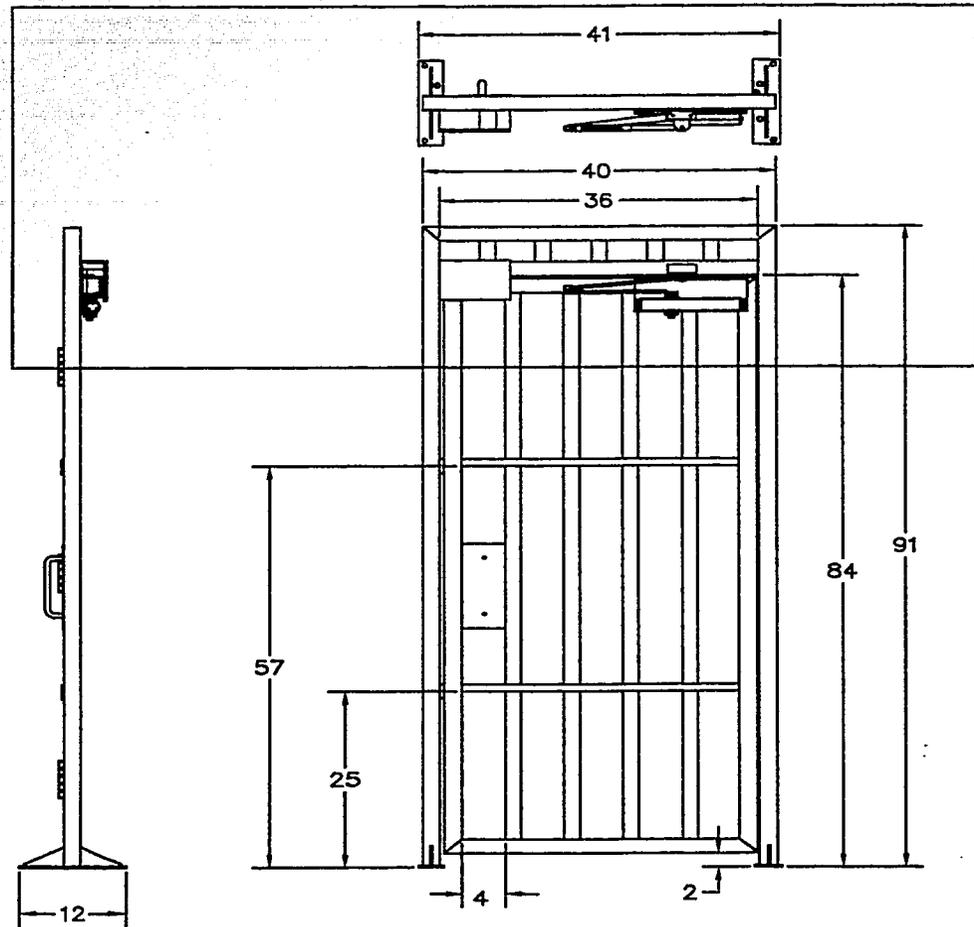

TITULO: CARPINTERIA PUERTA BAÑOS	
LUGAR: CENTRO DE CONVENCIONES Y EXPOSICIONES	
PROFESOR: DR. F. RUIZ, DR. MANUEL, DR. JOSÉ MARÍA VILLALBA, DR. JOSÉ MARÍA VILLALBA Y CALLES SAN RAFAEL, C.C. CENTRO DE INVESTIGACIONES	FECHA: 05 - 04 - 02
ALUMNO: MAURICIO SANCHEZ RAMIREZ	CODIGO: CR-02
ASESOR: M. EN ARQ. JORGE CULLANO ARQ. MANUEL MEDINA ARQ. ERNESTO NATAREN DE LA ROSA	
ESCALA: 1:20	ORIENTACION:





TESIS PROFESIONAL

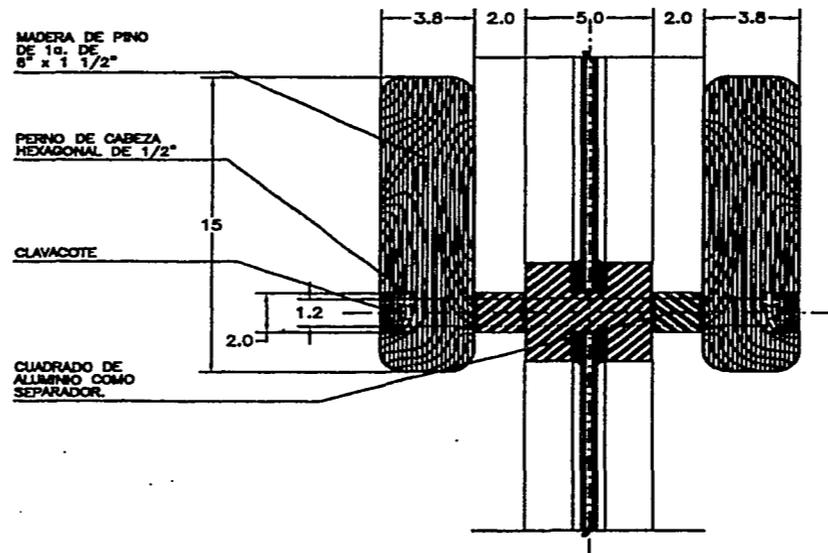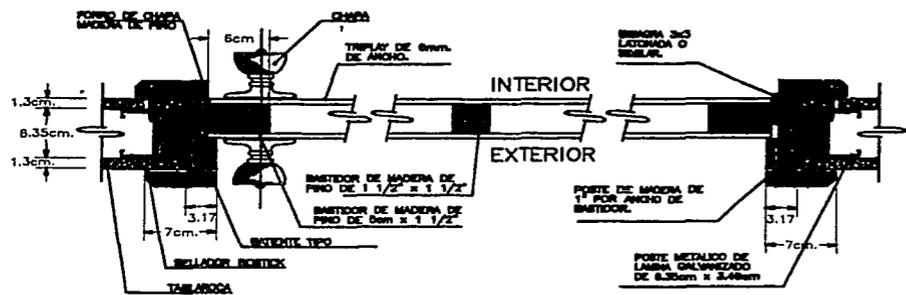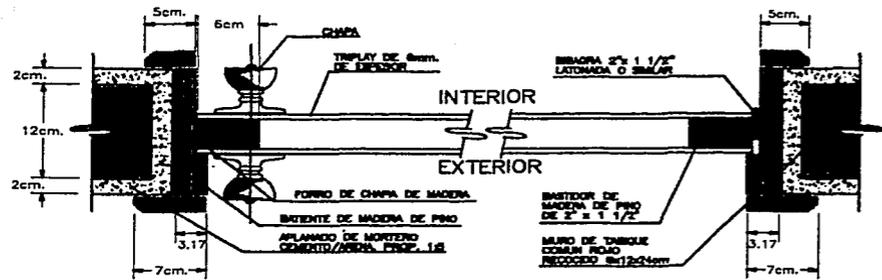

DETALLE 1
DETALLE PARA PUERTAS DE CRISTAL

<p>TIPO DE OPORTUNIDAD</p>	
<p>TÍTULO: CARPINTERIA PUERTAS</p> <p>PROYECTO: CENTRO DE CONVENCIONES Y EXPOSICIONES</p> <p>UBICACIÓN: CALLE 9 SUR DE SAN ANTONIO, ESQ. BARRIO VERDE VALLEBARRIO, CALLE 5 SUR SUR, C.C. CLEVER PELICANOS VALLEBARRIO</p> <p>FECHA: 05 - 01 - 02</p> <p>AUTORA: MAURICIO SANCHEZ RAMIREZ</p> <p>CÓDIGO: CR-03</p> <p>ASISTENTE: M. EN ARQ. JORGE OLLANO, ARQ. MANUEL MEDINA, ARQ. ERNESTO NATAREN DE LA ROSA</p>	

TESIS PROFESIONAL

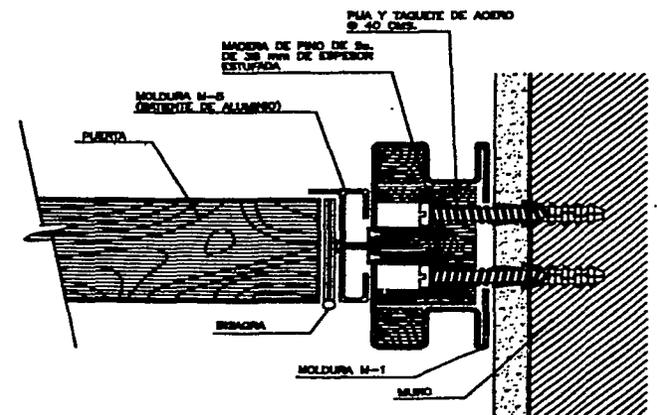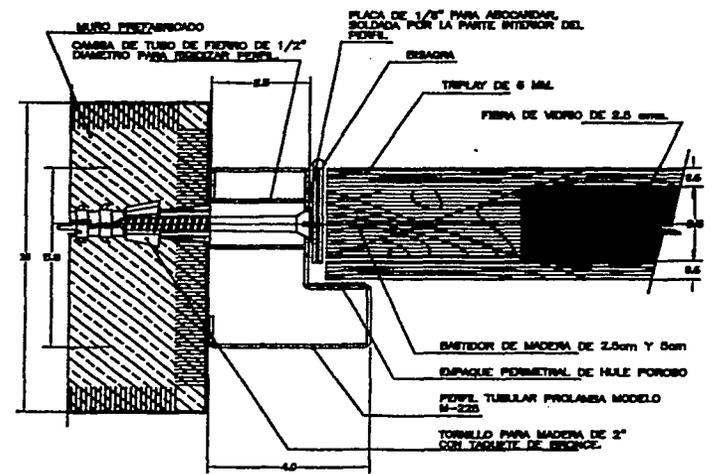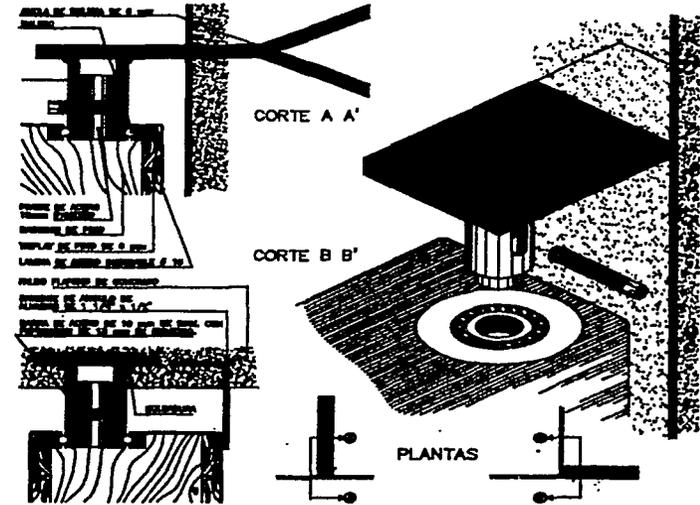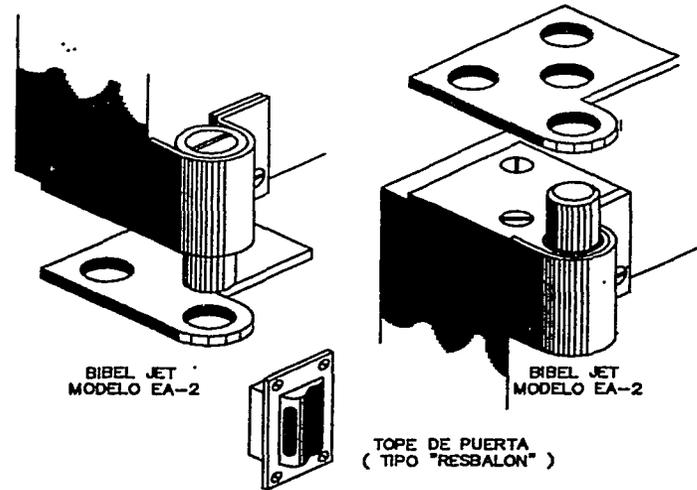

CHAMBRANA EN MURO CORRIDO

NOTA
LA PLA DE ACERO NO DEBERIA SER SUSTITUIDA POR EL TORNILLO PARA MADERA DE HIERRO DULCE, YA QUE ESTE SE PUEDEN EN POCO TIEMPO.

CICLOS DE LOCALIZACION	
NOTAS DE ESPECIFICACIONES	
<p>OBJETO: CERRAJERIA BISAGRAS Y CHAMBRANAS</p> <p>PROYECTO: CENTRO DE CONVENCIONES Y EXPOSICIONES</p> <p>UBICACION: EN 3 AV. JOSE ANTONIO ROSA Y VICENTE VILLALBA Y CALLE SAN RAFAEL, C.D. CUERPO PELICULAGRAFICO</p> <p>FECHA: 05-04-02</p> <p>ALUMNO: MAURICIO SANCHEZ RAMIREZ</p> <p>CARRERA: ARQ.</p> <p>ASESOR: M. EN ARQ. JORGE QUILIANO, ARQ. MANUEL MEDINA, ARQ. ERNESTO NATAREN DE LA ROSA</p> <p>ESCALA: 1:5</p> <p>ORIENTACION: </p>	

TESIS PROFESIONAL

CENTRO DE CONVENCIONES Y EXPOSICIONES.

PRESUPUESTO.

CENTRO DE CONVENCIONES Y EXPOSICIONES.

MODELO DE COSTO AL 15 DE ABRIL DE 2002

Modelo de costo:	Recreación Edificio	Centro de Convenciones y Exposiciones
Superficie construida:	5,580.00M ²	León, Guanajuato
Estructura de acero		0.3 m ³ /m ² construido
Actualización de costo por m ²		15% anual de incremento
Costo en 1999:	\$4,200.00	Costo en 2002: \$5,460.00

DISTRIBUCIÓN POR SUBSISTEMAS CONSTRUCTIVOS

	\$/m ² (99)	%	Total \$ 99	\$/m ² (02)	Total \$ 02
1.0 Estructura	\$1,453.20	34.60%	\$8,108,856.00	\$1,889.16	\$10,541,512.80
2.0 Acabados	\$495.60	11.80%	\$2,765,448.00	\$644.28	\$3,595,082.40
3.0 Instalaciones	\$1,050.00	25.00%	\$5,859,000.00	\$1,365.00	\$7,616,700.00
4.0 Complementos	\$882.00	21.00%	\$4,921,560.00	\$1,146.60	\$6,398,028.00
5.0 Gastos grales. y org.	\$319.20	7.60%	\$1,781,136.00	\$414.96	\$2,315,476.80
T O T A L	\$4,200.00	100.00%	\$23,436,000.00	\$5,460.00	\$30,466,800.00

ANÁLISIS DEL SUBSISTEMA ESTRUCTURAL

Componentes	\$/m ² (99)	%	Total \$ 99	\$/m ² (02)	Total \$ 02
1.1 Trabajos preliminares	\$123.52	8.50%	\$689,252.76	\$160.58	\$896,028.59
1.2 Cimentación	\$412.71	28.40%	\$2,302,915.10	\$536.52	\$2,993,789.64
1.3 Superestructura	\$916.97	63.10%	\$5,116,688.14	\$1,192.06	\$6,651,694.58
S U M A	\$1,453.20	100.00%	\$8,108,856.00	\$1,889.16	\$10,541,512.80

ANÁLISIS DEL SUBSISTEMA DE ALBAÑILERÍA Y ACABADOS

2.1 Muros	\$241.36	48.70%	\$1,346,773.18	\$313.76	\$1,750,805.13
2.2 Pisos	\$176.93	35.70%	\$987,264.94	\$230.01	\$1,283,444.42
2.3 Plafones	\$23.79	4.80%	\$132,741.50	\$30.93	\$172,563.96
2.4 Acabados y cubierta	\$8.43	1.70%	\$47,012.62	\$10.95	\$61,116.40
2.5 Det. alb. Y acab.	\$45.10	9.10%	\$251,655.77	\$58.63	\$327,152.50
S U M A	\$495.60	100.00%	\$2,765,448.00	\$644.28	\$3,595,082.40

ANÁLISIS DEL SUBSISTEMA INSTALACIONES

3.1 Sanitaria e hidráulica	\$114.45	10.90%	\$638,631.00	\$148.79	\$830,220.30
3.2 Eléctrica y telefónica	\$346.50	33.00%	\$1,933,470.00	\$450.45	\$2,513,511.00
3.3 Aire acondicionado	\$30.45	2.90%	\$169,911.00	\$39.59	\$220,884.30
3.4 Instalaciones esp.	\$0.00	0.00%	\$0.00	\$0.00	\$0.00
3.5 Equipos especiales	\$558.60	53.20%	\$3,116,988.00	\$726.18	\$4,052,084.40
S U M A	\$1,050.00	100.00%	\$5,859,000.00	\$1,365.00	\$7,616,700.00

ANÁLISIS DEL SUBSISTEMA DE COMPLEMENTOS

4.1 Áreas exteriores	\$16.76	1.90%	\$93,509.64	\$21.79	\$121,562.53
4.2 Aluminio	\$576.83	65.40%	\$3,218,700.24	\$749.88	\$4,184,310.31
4.3 Carpintería y cerrajería	\$6.17	0.70%	\$34,450.92	\$8.03	\$44,786.20
4.4 Herrería	\$36.16	4.10%	\$201,783.96	\$47.01	\$262,319.15
4.5 Accesorios de ornato	\$43.22	4.90%	\$241,156.44	\$56.18	\$313,503.37
4.6 Vidriería	\$158.76	18.00%	\$885,880.80	\$206.39	\$1,151,645.04
4.7 Limpieza de obra	\$24.70	2.80%	\$137,803.68	\$32.10	\$179,144.78
4.8 Juntas constructivas	\$19.40	2.20%	\$108,274.32	\$25.23	\$140,756.62
S U M A	\$882.00	100.00%	\$4,921,560.00	\$1,146.60	\$6,398,028.00

HONORARIOS PARA DISEÑO AL 15 DE ABRIL DE 2002

Etapas: primera

Género: Centro de Convenciones y Exposiciones

Superficie construida: 5,580.00

Costo m2 en 2002: \$5,460.00

Costo total s/terreno: \$30,466,800.00

Partidas y elementos	Costo/m2	%	Total en pesos
0. Resumen			Primera corrección
0.1 Estructura	\$2,815.06	34.60%	\$15,708,034.80
0.2 Albañilería y acabados	\$960.05	11.80%	\$5,357,079.00
0.3 Instalaciones	\$2,034.00	25.00%	\$11,349,720.00
0.4 Complementos	\$1,708.56	21.00%	\$9,533,764.80
0.5 Gastos grales. y org.	\$618.34	7.60%	\$3,450,337.20
T O T A L	\$8,136.01	100.00%	\$45,398,935.80
1. Estructura			
1.1 Trabajos preliminares	\$239.28	8.50%	\$1,335,182.96
1.2 Cimentación	\$799.48	28.40%	\$4,461,081.88
1.3 Super estructura	\$1,776.30	63.10%	\$9,911,769.96
S U M A	\$2,815.06	100.00%	\$15,708,034.80
2. Albañilería y acabados			
2.1 Muros	\$467.54	48.70%	2,608,897.47
2.2 Pisos	\$342.74	35.70%	\$1,912,477.20
2.3 Plafones	\$46.08	4.80%	\$257,139.79
2.4 Acabados y cubierta	\$16.32	1.70%	\$91,070.34
2.5 Det. alb. y acabados	\$87.36	9.10%	\$487,494.19
S U M A	\$960.05	100.00%	\$5,357,079.00
3. Instalaciones			
3.1 Sanitaria hidráulica	\$221.71	10.90%	\$1,237,119.48
3.2 Eléctrica y telefónica	\$671.22	33.00%	\$3,745,407.60
3.3 Aire acondicionado	\$58.99	2.90%	\$329,141.88
3.4 Instalaciones esp.	\$0.00	0.00%	\$0.00
3.5 Equipos especiales	\$1,082.09	53.20%	\$6,038,051.04
S U M A	\$2,034.00	100.00%	\$11,349,720.00

4. Complementos			
4.1 Áreas exteriores	\$32.46	1.90%	\$181,141.53
4.2 Aluminio	\$1,117.40	65.40%	\$6,235,082.18
4.3 Carpintería y cerrajería	\$11.96	0.70%	\$66,736.35
4.4 Herrería	\$70.05	4.10%	\$390,884.36
4.5 Accesorios de ornato	\$83.72	4.90%	\$467,154.48
4.6 Vidriería	\$307.54	18.00%	\$1,716,077.66
4.7 Limpieza de obra	\$47.84	2.80%	\$266,945.41
4.8 Juntas constructivas	\$37.59	2.20%	\$209,742.83
S U M A	\$1,708.56	100.00%	\$9,533,764.80

5. Gastos generales			
5.1 Licencias	\$30.92	5.00%	\$172,516.86
5.2 Asesorías	\$37.10	6.00%	\$207,020.23
5.3 Vigilancia	\$30.92	5.00%	\$172,516.86
5.4 Financiamiento y seg.	\$129.85	21.00%	\$724,570.81
5.5 Concursos contratistas	\$49.47	8.00%	\$276,026.98
5.6 Sup. técnica y adm.	\$185.50	30.00%	\$1,035,101.16
5.7 Imprevistos	\$154.59	25.00%	\$862,584.30
S U M A	\$618.34	100.00%	\$3,450,337.20

Costo del terreno por m2	\$350.00
m2 de terreno	40,000
Valor total del terreno	\$14,000,000.00

Resumen	
Costo total de la Obra	\$30,466,800.00
Costo del Terreno	\$14,000,000.00
Costo de Honorarios	\$45,398,935.80
Gran total	\$89,865,735.80

PROGRAMA DE OBRA.

CENTRO DE CONVENCIONES Y EXPOSICIONES

****Fecha de Inicio : Fecha de terminación ****

CONCURSO : C-1

CMIC

OBRA :

UBICACIÓN : MEX. DF.

CLAVE	DESCRIPCION	UN	CANTIDAD	IMPORTE	SEMANA1	SEMANA2	SEMANA3	SEMANA4	SEMANA5	SEMANA6
					1-5 ABRIL LUN-SAB	ABRIL 6-13 LUN-SAB	ABRIL15-20 LUN-SAB	ABRIL22-27 LUN-SAB	ABR29-4MA LUN-SAB	MAY06-11 LUN-SAB
I	««« PRELIMINARES »»»									
1.1	TRAZO Y NIVELACION CON APARATOS	M2	40.23	721.09	18.18	42.38	36.33	24.22		
1.2	LIMPIEZA DE TERRENO A MANO PARA TI	M2	47.69	32.10	32.10					
1.3	RELLENO O TEPETATE DE 20 CMs. COM	M3	11.37	454.69	181.89	272.81				
1.4	EXC. A MANO EN MAT. B PARA PILOTES	PZ/	20.00	51.00	20.40	30.60				
1.5	ACARPEO DE MATERIAL POR JORNAL	JOF	2.00	30.62	4.58	10.66	9.18	6.10		
II	««« CIMENTACION »»»									
11.1	EXC. A MANO EN MAT. A DE Ø A 2.00 M MET	M3	9.93	50.29			7.54	17.60	15.09	10.06
11.2	FIRME CON MALLA B-Ø1 Ø-18, F'c=160 KG/C	M2	39.22	2503.41			2503.41			
11.3	CADENA DE CONCRETO F'c=160, 15x50 C	ML	32.92	2252.29			2252.29			
11.4	ACARPEO EN CARPETILLA ESTACION	M2	9.93	30.13			12.05	18.08		
11.5	ACARPEO EN CARPETILLA ESTACION SI	M2	9.93	15.12			6.05	9.07		
11.6	PILOTES DE 20 X 20 X 120 CM F'c=200, -IVS	PZ/	20.00	1494.60			224.19	523.11	448.38	298.92
III	««« CISTERNA »»»									
111.1	PLANTILLA DE CONCRETO F'c=100 KG/C	M2	3.15	717.43						39.23
111.2	ARC. MAURICIO SANCHEZ RAMIREZ	M2								458.48
111.3	CUBRA COMUN EN CIMENTACION ZAPA	M2	3.15	161.28						64.51

Fecha 5 DE OCTUBRE DE 2002

Hoja 1 de 45

-97-

CENTRO DE CONVENCIONES Y EXPOSICIONES

****Fecha de inicio : Fecha de terminación ****

CONCURSO : C-1

CMIC

OBRA :

UBICACIÓN : MEX. DF.

CLAVE	DESCRIPCION	UN	CANTIDAD	IMPORTE	SEMANA1	SEMANA2	SEMANA3	SEMANA4	SEMANA5	SEMANA6
					1-5 ABRIL LUN-SAB	6-13 LUN-SAB	14-20 LUN-SAB	21-27 LUN-SAB	28-4 MAY LUN-SAB	06-11 LUN-SAB
IV.2	CABILLO DE CONCRETO FC-150, 1.6x1.6	ML		31.95						
IV.3	CADENA DE CONCRETO FC-150, 1.6x0.8	ML		43.05						
IV.4	APLANADO EN MURO ACABADO FINO CM	M2		87.58						
IV.5	REPELLADO EN MURO CMORTERO 1 A 2	M2		278.7						
IV.6	COLUMNA METALICA DE 2 ANGULOS DE	PZ		1.50						
V	««« INSTALACION SANITARIA Y DRENA									
V.1	TUBO DE PVC HIDRAULICO DE 38 MM Ø	ML		6.78						
V.2	TUBO DE PVC HIDRAULICO DE 100 MM Ø	ML		10.90						
V.3	COLADERA HELVEX PARA PISO H-21	PZ		2.00						
V.4	YEE DE PVC SANITARIO DE 101 X 32 MM	PZ		1.00						
V.5	CEBPOL PARA LAVABO TIPO CROMADO	PZ		1.00						
V.6	CEBPOL PARA FRECADERO TIPO CROMA	PZ		1.00						
V.7	REGISTRO DE TABIQUE 40X40X75 CFIRM	PZ		1.00						
V.8	TUBO DE CONCRETO DE 16 CM Ø C/CAM	ML		8.00						
VI	««« INSTALACION HIDRAULICA »»»									
6.1	ARG. MAURICIO SANCHEZ RAMIREZ TUBO DE COBRE TIPO M DE 25 MM Ø	ML		8.00						
6.2	TUBO DE COBRE TIPO M DE 25 MM Ø	ML		8.00						

Fecha 5 DE OCTUBRE DE 2002

CENTRO DE CONVENCIONES Y EXPOSICIONES

****Fecha de inicio : Fecha de terminación ****

CONCURSO: C-1

CMIC

OBRA:

UBICACIÓN: MEX. DF.

CLAVE	DESCRIPCIÓN	UN	CANTIDAD	IMPORTE	SEMANA1	SEMANA2	SEMANA3	SEMANA4	SEMANA5	SEMANA6
					1-6 ABRIL	ABRIL 8-13	ABRIL15-20	ABRIL22-27	ABR29-MAY	MAY06-11
					LUN-SAB	LUN-SAB	LUN-SAB	LUN-SAB	LUN-SAB	LUN-SAB
B.6	CONEXIONES DE COBRE TIPO M DE 25 Ø	PZ/	4.00							
VI	<<<< INSTALACION ELECTRICA >>>>									
VI.1	POLIDUCTO NARANJA GRUESO DE 13 MM	ML	63.40							
VI.2	POLIDUCTO NARANJA GRUESO DE 13 MM	ML	10.50							
VI.3	CABLE TIPO THW ANTI FLAMA CAL #12	ML	202.90							
VI.4	CABLE DESNUDO CAL #12	ML	75.40							
VI.5	CAJA CUADRADA GALVANIZADA DE 19 MM	PZ/	2.00							
VI.6	CAJA CUADRADA GALVANIZADA DE 13 MM	PZ/	6.00							
VI.7	CAJA TIPO CHALUPA DE 13 MM	PZ/	6.00							
VI.8	CENTRO DE CARGA 00-2 DOM2 PASTILI	PZ/	1.00							
VI.9	SOQUET DE SAGUETA	PZ/	6.00							
VI.10	CONTACTO SENCILLO QUINZAÑO	PZ/	6.00							
VI.11	APAGADOR SENCILLO QUINZAÑO	PZ/	4.00							
VI.12	VARILLA COPERWELD A PISO DE 1.05 C/1	PZ/	1.00							
VI	<<<< ACABADOS >>>>									
VI.1	BARCA MAURICIO SANCHEZ RAMIREZ PROBLEMA ELECTRICO EN EL DIA JUEVES	M2	Fecha 6 DE OCTUBRE DE 2002							
VI.2	YESO A PLOMO Y REGLA EN MURO HASTA	M2	84.89							

M. en Arq Julio César Ortiz Flores

CENTRO DE CONVENCIONES Y EXPOSICIONES

****Fecha de Inicio : Fecha de terminación ****

CONCURSO : C-1

CMIC

OBRA :

UBICACIÓN : MEX. DF.

-001-100-

CLAVE	DESCRIPCIÓN	UN	CANTIDAD	IMPORTE	SEMANA1	SEMANA2	SEMANA3	SEMANA4	SEMANA5	SEMANA6
					1-6 ABRIL LUN-SAB	ABRIL 6-13 LUN-SAB	ABRIL 15-20 LUN-SAB	ABRIL 22-27 LUN-SAB	ABRIL 29-MAY LUN-SAB	MAY 06-11 LUN-SAB
VII.6	PINTURA VINÍLICA EN MUROS APLANADOS	M2	67.69							
VII.7	LOSETA DE BARRONAT, STA JULIA DE 1	M2	21.67							
X	««« MUEBLES Y ACCESORIO DE BAÑO									
X.1	REGADERA TIPO HELVEX	PZ	1.00							
X.2	INODORO TANQUE BAJO VITROMEXMOT	PZ	1.00							
X.3	LAVABO VITROMEX MODELO ECONOMICO	PZ	1.00							
X.4	FREGADERO DE ACERO INOXIDABLE DE	PZ	1.00							
X.5	MEZCLADORA PARA LAVABO TIPO ECON	PZ	1.00							
X.6	MEZCLADORA PARA FREGADERO CUELI	PZ	1.00							
X.7	JUEGO DE ACCESORIOS PARA BAÑO LIN	M3	1.00							
X.8	LAVADERO DE EMPOTRAR CON TANQUE	PZ	1.00							
X.9	CALENTADOR DE GAS AUTOMATICO DE	PZ	1.00							
X.10	CISTERNA PREFABRICADA DE 6080 LTS.	PZ	1.00							
X.11	HIDROPNEUMATICO CASERO 1/4 H.P.	PZ	1.00							
X	««« LISA »»»									
X.1	ARC. MAURICIO SANCHEZ RAMIREZ PANTALLAS PARA LUBRICACION	M2								

Fecha 6 DE OCTUBRE DE 2002

Hoja 4 de 45

CENTRO DE CONVENCIONES Y EXPOSICIONES

*****Fecha de Inicio : Fecha de terminación *****

CONCURSO : C-1

CMIC

OBRA :

UBICACIÓN : MEX. DF.

-101-

CLAVE	DESCRIPCIÓN	UN	CANTIDAD	IMPORTE	SEMANA1	SEMANA2	SEMANA3	SEMANA4	SEMANA5	SEMANA6
					1-5 ABRIL LUN-SAB	6-11 ABRIL LUN-SAB	12-17 ABRIL LUN-SAB	18-23 ABRIL LUN-SAB	24-29 ABRIL LUN-SAB	30 ABRIL-5 MAYO LUN-SAB
X6	CAPA DE COMPRESION DE CONCRETO F	M2	59.04							
X7	COLUMNA METALICA DE 2 ANGULOS DE	PZ	1.00							
X8	<<<< IMPERMEABILIZACION >>>>									
X81	SISTEMA DE IMPERMEABILIZACION FEST	M2	59.04							
X8	<<<< CANCELERIA Y PUERTAS >>>>									
X81	PUERTA I PARMEX CLASICA BLANCA DE	PZ	1.00							
X82	PUERTA I PARMEX LUSA METAL ARENA D	PZ	2.00							
X83	PUERTA I PARMEX FIBRA PLUS CAOBA D	PZ	1.00							
X84	PUERTA DE ALUMINIO Y CRISTAL DE 1.21	PZ	1.00							
X85	CHAPA SCHLAGE MOD TULIP A-7 (MD, LL	PZ	3.00							
X86	CHAPA PHILIPS MOD 525 PARA SECCION	PZ	1.00							
X87	CHAPA SCHLAGE MOD A-52 PD DISEÑO N	PZ	1.00							
X88	VENTANAS PREFABRICADAS DE ALUMINIO	PZ	2.00							
X89	VENTANA PREFABRICADA DE ALUMINIO	PZ	1.00							
X810	VENTANA PREFABRICADA DE ALUMINIO	PZ	1.00							
X8	--- ARQ. MAURICIO SANCHEZ RAMIREZ --- <<<< ARCHITECTO >>>>									
										Fecha 8 DE OCTUBRE DE 2002
X811	ACOMETIDA ELECTRICA A TABLERO PRIN	PZ	1.00							

M. en Arq Julio César Ortiz Flores

CENTRO DE CONVENCIONES Y EXPOSICIONES

****Fecha de Inicio : Fecha de terminación ****
 CONCURSO : C-1 CMIC
 OBRA :
 UBICACIÓN : MEX. DF.

CLAVE	DESCRIPCION	UN	CANTIDAD	IMPORTE	SEMANA7	SEMANA8	SEMANA9	SEMANA10	SEMANA11	SEMANA12
					MAY01-18 LUN-SAB	MAY020-25 LUN-SAB	MAY27-JUN LUN-SAB	JUNIO3-8 LUN-SAB	JUNIO10-15 LUN-SAB	JUNIO17-22 LUN-SAB
I	««« PRELIMINARES »»»									
I.1	TRAZO Y NIVELACION CON APARATOS	M2	48.23							
I.2	LIMPIEZA DE TERRENO A MANO PARA TI	M2	41.83							
I.3	RELLENO C/TEPETATE DE 20 CMS. COMA	M3	11.37							
I.4	EXC. A MANO EN MAT. B PARA PILOTES C	PZ	20.00							
I.5	ACARREO DE MATERIAL POR JORNAL	JOF	2.00							
II	««« CIMENTACION »»»									
II.1	EXC. A MANO EN MAT. A DE Ø A 2.00 M MET	M3	9.88							
II.2	FRME CON MALLA Ø #1 Ø 11, F/C=150 KG/C	M2	38.22							
II.3	CADENA DE CONCRETO F/C=150, 16X30 C	M2	32.02							
II.4	ACARREO EN CARPETILLA 1/1 ESTACION	M3	9.88							
II.5	ACARREO EN CARPETILLA ESTACION 5/1	M3	9.88							
II.6	PIOTES DE 20 X 20 X 120 CM F/C=200, 4VE	PZ	20.00							
III	««« CISTERNA »»»									
III.1	PLANTILLA DE CONCRETO F/C=100 KG/C	M2	3.15							
III.2	BARO. MAURICIO SANCHEZ RAMIREZ PL. ELABOR. CENTRO DE CONVENCIONES Y EX	M2								
III.3	CMBRA COMUN EN CIMENTACION ZAPA	M2	3.15							

Fecha 9 DE OCTUBRE DE 2002

CENTRO DE CONVENCIONES Y EXPOSICIONES

****Fecha de Inicio : Fecha de terminación ****

CONCURSO : C-1

CMIC

OBRA :

UBICACIÓN : MEX. DF.

-EOL-

CLAVE	DESCRIPCION	UN	CANTIDAD	IMPORTE	SEMANA7	SEMANA8	SEMANA9	SEMANA10	SEMANA11	SEMANA12
					MAYO17-18	MAYO24-25	MAY27-JUN1	JUNIO3-8	JUNIO18-15	JUNIO17-22
					LUN-SAB	LUN-SAB	LUN-SAB	LUN-SAB	LUN-SAB	LUN-SAB
IV.2	CASTILLO DE CONCRETO FC-150, 15X15	ML	31.95							
IV.3	CADENA DE CONCRETO FC-150, 15X20 C	ML	43.05							
IV.4	APLANADO EN MURO ACABADO FINO C/1	M2	87.53							
IV.5	REPELLADO EN MURO C/MORTERO 1 A E	M2	21.67							
IV.6	COLUMNA METALICA DE 2 ANGULOS DE	PZ/	1.50							
V	**** INSTALACION SANITARIA Y DRENA									
V.1	TUBO DE PVC HIDRAULICO DE 38 MM Ø	ML	8.76							
V.2	TUBO DE PVC HIDRAULICO DE 100 MM Ø	ML	10.90							
V.3	COLADERA HELVEX PARA PISO H-21	PZ/	2.00							
V.4	YEE DE PVC SANITARIO DE 100 X 32 MM	PZ/	1.00							
V.5	CESPDL PARA LAVABO TIPO CROMADO	PZ/	1.00							
V.6	CESPDL PARA FREGADERO TIPO CROMA	PZ/	1.00							
V.7	REGISTRO DE TABIQUE 40X40X75 C/FIRM	PZ/	1.00							
V.8	TUBO DE CONCRETO DE 16 CM Ø C/CAMA	ML	8.00							
VI	**** INSTALACION HIDRAULICA ****									
61	ARC. AMURCIO SANCHEZ RAMIREZ TUBO DE COBRE TIPO M DE 19 mm Ø	ML		Fecha 6 DE OCTUBRE DE 2002						
62	TUBO DE COBRE TIPO M DE 25 MM Ø	ML	8.00							

CENTRO DE CONVENCIONES Y EXPOSICIONES

****Fecha de Inicio : Fecha de terminación ****

CONCURSO : C-1

CMIC

OBRA :

UBICACIÓN : MEX. DF.

CLAVE	DESCRIPCION	UN	CANTIDAD	IMPORTE	SEMANA7	SEMANA8	SEMANA9	SEMANA10	SEMANA11	SEMANA12
					MAYO13-19	MAYO20-25	MAY27-JUN1	JUNIO3-8	JUNIO10-15	JUNIO17-22
					LUN-SAB	LUN-SAB	LUN-SAB	LUN-SAB	LUN-SAB	LUN-SAB
66	CONEXIONES DE COBRE TIPO M DE 25 Ø	PZ/	4.00							
VA	<<<< INSTALACION ELECTRICA >>>>									
VA1	PODUCTO NARANJA GRIOSO DE 13MM	ML	63.40							
VA2	PODUCTO NARANJA GRIOSO DE 18MM	ML	10.50							
VA3	CABLE TIPO THW ANTI FLAMA CAL #12	ML	202.90							
VA4	CABLE DESNUDO CAL #12	ML	75.40							
VA5	CAJA CUADRADA GALVANIZADA DE 19MM	PZ/	2.00							
VA6	CAJA CUADRADA GALVANIZADA DE 13MM	PZ/	6.00							
VA7	CAJA TIPO CHALUPA DE 13MM	PZ/	9.00							
VA8	CENTRO DE CARGA 00-2 COM2 PASTIL	PZ/	1.00							
VA9	SCOLET DE BAGUETA	PZ/	6.00							
VA10	CONTACTO SENCILLO QUINZAÑO	PZ/	6.00							
VA11	APAGADOR SENCILLO QUINZAÑO	PZ/	4.00							
VA12	VARIILLA COPERWELD A PISO DE 3.05 C/1	PZ/	1.00							
VA	<<<< ACABADOS >>>>									
VA1	BARCO MAURICIO SANCHEZ RAMIREZ PISO DE COCINA Y BARRIO DE SERVIDOR	M2		Fecha 8 DE OCTUBRE DE 2002						
VA12	YESO A PLOMO Y REGLA EN MURO HASTA	M2	64.368							

-104-

M. en Arq Julio César Ortiz Flores

CENTRO DE CONVENCIONES Y EXPOSICIONES

*****Fecha de Inicio : Fecha de terminación *****

CONCURSO : C-1

CMIC

OBRA :

UBICACIÓN : MEX. DF.

105

CLAVE	DESCRIPCIÓN	UN	CANTIDAD	IMPORTE	SEMANA7	SEMANA8	SEMANA9	SEMANA10	SEMANA11	SEMANA12
					MAYO13-18	MAYO20-25	MAY27-JUN1	JUNIO3-8	JUNIO10-15	JUNIO17-22
					LUN-SAB	LUN-SAB	LUN-SAB	LUN-SAB	LUN-SAB	LUN-SAB
VI.6	PINTURA VINILICA EN MUROS APLANADOS	M2	87.56							
VI.7	LOSETA DE BARRONAT. STA. JULIA DE 1	M2	21.67							
IX	««« MUEBLES Y ACCESORIO DE BAÑO									
IX1	FREGADERA TIPO HELMEX	PZ	1.00							
IX2	INODORO TANQUE BAJO VITROMEX MO	PZ	1.00							
IX3	LAVABO VITROMEX MODELO ECONOMICO	PZ	1.00							
IX4	FREGADERO DE ACERO INOXIDABLE DE	PZ	1.00							
IX5	MEZCLADORA PARA LAVABO TIPO ECON	PZ	1.00							
IX6	MEZCLADORA PARA FREGADERO CUEL	PZ	1.00							
IX7	JUEGO DE ACCESORIOS PARA BAÑO LIN	JGO	1.00							
IX8	LAVADERO DE EMPOTRAR CON TANQUE	PZ	1.00							
IX9	CALENTADOR DE GAS AUTOMATICO DE	PZ	1.00							
IX10	CISTERNA PREFABRICADA DE 5000 LTS.	PZ	1.00							
IX11	HIDRONEUMATICO CASERO 1/4 H.P.	PZ	1.00							
X	««« LDSA »»»									
IX1	CARG. MAURICIO SANCHEZ RAMIREZ	M2			Fecha 8 DE OCTUBRE DE 2002					
IX2	PD.LOSA DE 20 CM DE ESPESOR	M2	59.04							

M. en Arq Julio César Ortiz Flores

CENTRO DE CONVENCIONES Y EXPOSICIONES

****Fecha de Inicio : Fecha de terminación ****

CONCURSO : C-1

CMIC

OBRA :

UBICACIÓN : MEX. DF.

LOG

CLAVE	DESCRIPCIÓN	UN	CANTIDAD	IMPORTE	SEMANA7	SEMANA8	SEMANA9	SEMANA10	SEMANA11	SEMANA12
					MAYO13-18	MAYO20-25	MAY27-JUN	JUNIO3-8	JUNIO10-15	JUNIO17-22
					LUN-SAB	LUN-SAB	LUN-SAB	LUN-SAB	LUN-SAB	LUN-SAB
X6	CAPA DE COMPRESION DE CONCRETO F	M2	59.04							
X7	COLUMNA METALICA DE 2 ANGULOS DE	PZ	1.00							
X8	<<<< IMPERMEABILIZACION >>>>									
X9	SISTEMA DE IMPERMEABILIZACION FES	M2	59.04							
X0	<<<< CANDELERIA Y PUERTAS >>>>									
X01	PUERTA IPARMEX CLASICA BLANCA DE 4	PZ	1.00							
X02	PUERTA IPARMEX USA METAL ARENA D	PZ	2.00							
X03	PUERTA IPARMEX FIBRA PLUS CAOBA D	PZ	1.00							
X04	PUERTA DE ALUMINIO Y CRISTAL DE 1.20	PZ	1.00							
X05	CHAPA SCHLAGE MOD TULIP A-70MO. LL	PZ	3.00							
X06	CHAPA PHILIPS MOD 525 PARA SECCION	PZ	1.00							
X07	CHAPA SCHLAGE MOD A-62PO DISEÑO N	PZ	1.00							
X08	VENTANAS PREFABRICADAS DE ALUMINIO	PZ	2.00							
X09	VENTANA PREFABRICADA DE ALUMINIO	PZ	1.00							
X10	VENTANA PREFABRICADA DE ALUMINIO	PZ	1.00							
X11	ARC. MAURICIO SANCHEZ RAMIREZ			Fecha 6 DE OCTUBRE DE 2002						
X11	ACOMETIDA FIETORIVA A TARI FONDO	b2	1 m							

CENTRO DE CONVENCIONES Y EXPOSICIONES

*****Fecha de Inicio : Fecha de terminación *****
 CONCURSO: C-1 CMIC
 OBRA:
 UBICACIÓN: MEX. DF.

-107-

CLAVE	DESCRIPCION	UN	CANTIDAD	IMPORTE	SEMANA13	SEMANA14	SEMANA15	SEMANA16	SEMANA17	SEMANA18
					JUNIO24-29	JULIO1-6	JULIO8-13	JULIO16-20	JULIO23-27	JUL29-AGO3
					LUN-SAB	LUN-SAB	LUN-SAB	LUN-SAB	LUN-SAB	LUN-SAB
X6	CAPA DE COMPRESION DE CONCRETO F	M2	69.04							
X7	COLUMNA METALICA DE 2 ANGULOS DE	PZ	1.00							
X8	<<<< IMPERMEABILIZACION >>>>									
X81	SISTENA DE IMPERWEABILIZACION FES1	M2	69.04							
X8	<<<< CANDELERIA Y PUERTAS >>>>									
X81	PUERTA I PARMEX CLASICA BLANCA DE 1	PZ	1.00							
X82	PUERTA I PARMEX LISA METAL ARENA D	PZ	2.00							
X83	PUERTA I PARMEX FIBRA FUSO CAOSA D	PZ	1.00							
X84	PUERTA DE ALUMINIO Y CRISTAL DE 1.20	PZ	1.00							
X85	CHAPA SCHLAGE MOD TUUP A-70MD. LL	PZ	3.00							
X86	CHAPA PHILIPS MOD 525 PARA SECCION	PZ	1.00							
X87	CHAPA SCHLAGE MOD A-52PO DISEÑO N	PZ	1.00							
X88	VENTANAS PREFABRICADAS DE ALUMIN	PZ	2.00							
X89	VENTANA PREFABRICADA DE ALUMINIO	PZ	1.00							
X810	VENTANA PREFABRICADA DE ALUMINIO	PZ	1.00							
X811	ARC. MAURICIO SANCHEZ RAMIREZ									
X811	COMETIDA ELECTRICA A TABLERO PRIN	PZ	1.00							

Fecha 6 DE OCTUBRE DE 2002

Hoja 15 de 45

CENTRO DE CONVENCIONES Y EXPOSICIONES

****Fecha de Inicio : Fecha de terminación ****

CONCURSO : C-1

CMIC

OBRA :

UBICACIÓN : MEX. DF.

-108-

CLAVE	DESCRIPCION	UN	CANTIDAD	IMPORTE	SEMANA13	SEMANA14	SEMANA15	SEMANA16	SEMANA17	SEMANA18
					JUNIO24-29	JULIO1-6	JULIO8-13	JULIO15-20	JULIO22-27	JUL29-AGO3
IV.2	CABELLO DE CONCRETO FC=150, 15X15	ML	31.25							
IV.3	CADENA DE CONCRETO FC=150, 15X20 C	ML	43.09							
IV.4	AFLANADO EN MURO ACABADO PISO C/	M2	87.59							
IV.5	REPELLADO EN MURO C/MORTERO 1 A 5	M2	21.67							
IV.6	COLUMNA METALICA DE 2 ANGULOS DE	PZ/	1.50							
V	««« INSTALACION SANITARIA Y DRENA									
V.1	TUBO DE PVC HIDRAULICO DE 38 MM Ø	ML	8.16							
V.2	TUBO DE PVC HIDRAULICO DE 100 MM Ø	ML	10.90							
V.3	COLADERA HELVEX PARA FISO H-24	PZ/	2.00							
V.4	YEE DE PVC SANITARIO DE 100 X 32 MM	PZ/	1.00							
V.5	CEBOL PARA LAVABO TIPO CROMADO	PZ/	1.00							
V.6	CEBOL PARA FRECADERO TIPO CROMA	PZ/	1.00							
V.7	REGISTRO DE TABIQUE 40X40X75 C/FRM	PZ/	1.00							
V.8	TUBO DE CONCRETO DE 16 CM Ø C/CAM	ML	8.00							
VI	««« INSTALACION HIDRAULICA »»»									
6.1	VARO MAURICIO SANCHEZ RAMIREZ TUBO DE COBRE 1 PZ/ Ø 19 MM Ø	ML		Fecha 6 DE OCTUBRE DE 2002						
6.2	TUBO DE COBRE TIPO M DE 25 MM Ø	ML	6.00							

M. en Arq Julio César Ortiz Flores

CENTRO DE CONVENCIONES Y EXPOSICIONES

*****Fecha de Inicio : Fecha de terminación*****

CONCURSO : C-1

CMIC

OBRA :

UBICACIÓN : MEX. DF.

CLAVE	DESCRIPCIÓN	UN	CANTIDAD	IMPORTE	SEMANA13	SEMANA14	SEMANA15	SEMANA16	SEMANA17	SEMANA18
					JUNIO24-29	JULIO1-5	JULIO8-13	JULIO16-20	JULIO23-27	JUL29-AGO3
6.6	CONEXIONES DE COBRE TIPO M DE 25 Ø	PZ/	400							
VR	<<<< INSTALACION ELECTRICA >>>>									
VR1	POLIDUCTO NARANJA GRUESO DE 13 MM	UL	63.40							
VR2	POLIDUCTO NARANJA GRUESO DE 13 MM	UL	10.50							
VR3	CABLE TIPO THW ANTI-FLAMA CAL # 12	UL	202.90							
VR4	CABLE DESNUDO CAL # 12	UL	75.40							
VR5	CAJA CUADRADA GALVANIZADA DE 18 M	PZ/	2.00							
VR6	CAJA CUADRADA GALVANIZADA DE 13 M	PZ/	6.00							
VR7	CAJA TIPO CHALUPA DE 13 MM	PZ/	8.00							
VR8	CENTRO DE CARGA 00-2 CON 2 PASTIL	PZ/	1.00							
VR9	SOQUETE DE BAQUELITA	PZ/	6.00							
VR10	CONTACTO SENCILLO QUINZAÑO	PZ/	6.00							
VR11	APAGADOR SENCILLO QUINZAÑO	PZ/	4.00							
VR12	VARILLA COPPERWELD A PISO DE 3.05 C/	PZ/	1.00							
VR	<<<< ACABADOS >>>>									
VR1	ARG. MAURICIO SANCHEZ RAMIREZ PJOSO DE CALIDAD DE CALIDAD DE CALIDAD	M2		Fecha 6 DE OCTUBRE DE 2002						
VR9	VERBOS DE CALIDAD DE CALIDAD DE CALIDAD	M2								

CENTRO DE CONVENCIONES Y EXPOSICIONES

*****Fecha de Inicio : Fecha de terminación *****

CONCURSO : C-1

CMIC

OBRA :

UBICACIÓN : MEX. DF.

-101-

CLAVE	DESCRIPCION	UN	CANTIDAD	IMPORTE	SEMANA13	SEMANA14	SEMANA15	SEMANA16	SEMANA17	SEMANA18
					JUNIO24-29	JULIO1-6	JULIO8-13	JULIO16-20	JULIO22-27	JUL29-AGO3
VII.6	PINTURA VINILICA EN MUROS APLANADO	M2	87.58							
VII.7	LOSETA DE BARRONAT STA JULIA DE 1	M2	21.87							
X	««« MUEBLES Y ACCEBORIO DE BAÑO									
IX.1	REGADERA TIPO HELVEX	PZ/	1.00							
IX.2	INODORO TANQUE BAJO VITROMEXMOL	PZ/	1.00							
IX.3	LAVABO VITROMEXMÓDELO ECONOMICO	PZ/	1.00							
IX.4	FREGADERO DE ACERO INOXIDABLE DE	PZ/	1.00							
IX.5	MEZCLADORA PARA LAVABO TIPO ECON	PZ/	1.00							
IX.6	MEZCLADORA PARA FREGADERO CUELI	PZ/	1.00							
IX.7	JJEGO DE ACCESORIOS PARA BAÑO LIN	KG/	1.00							
IX.8	LAVADERO DE EMPOTRAR CON TANQUE	PZ/	1.00							
IX.9	CALENTADOR DE GAS AUTOMATICO DE	PZ/	1.00							
IX.10	CISTERNA PREFABRICADA DE 6000 LTS.	PZ/	1.00							
IX.11	HIDRONEUMATICO CASERO 1/4 H.P.	PZ/	1.00							
X	««« LOSA »»»									
X.1	ARG. MAURICIO SANCHEZ RAMIREZ PONTALIS PARA LUSIA PL. FURCADA	M2		Fecha 6 DE OCTUBRE DE 2002						
X.2	POLI. LOSA DE 20 CM. DE ESPESOR	M2	59.04							

M. en Arq Julio César Ortiz Flores

CENTRO DE CONVENCIONES Y EXPOSICIONES

****Fecha de Inicio : Fecha de terminación ****

CONCURSO : C-1

CMIC

OBRA :

UBICACIÓN : MEX. DF.

CLAVE	DESCRIPCION	UN	CANTIDAD	IMPORTE	SEMANA13	SEMANA14	SEMANA15	SEMANA16	SEMANA17	SEMANA18
					JUNIO24-29	JULIO1-6	JULIO13	JULIO15-20	JULIO22-27	JUL29-AGO3
					LUN-SAB	LUN-SAB	LUN-SAB	LUN-SAB	LUN-SAB	LUN-SAB
X6	CAPA DE COMPRESION DE CONCRETO F	M2	68.04							
X7	COLUMNA METALICA DE 2 ANGULOS DE	PZA	1.00							
X8	««« IMPERMEABILIZACION »»»									
X81	SISTEMA DE IMPERMEABILIZACION FEST	M2	68.04							
X9	««« CANCERERIA Y PUERTAS »»»									
X91	PUERTA I PARMEX CLASICA BLANCA DE	PZA	1.00							
X92	PUERTA I PARMEX USA METAL ARENA D	PZA	2.00							
X93	PUERTA I PARMEX FIBRA PLUS CAOBA D	PZA	1.00							
X94	PUERTA DE ALUMINIO Y CRISTAL DE 1.2	PZA	1.00							
X95	CHAPA SCHLAGE MOD TULIP A-70 MO. LL	PZA	3.00							
X96	CHAPA PHILIPS MOD 625 PARA SECCION	PZA	1.00							
X97	CHAPA SCHLAGE MOD A-52 PD DISEÑO N	PZA	1.00							
X98	VENTANAS PREFABRICADAS DE ALUMIN	PZA	2.00							
X99	VENTANA PREFABRICADA DE ALUMINIO	PZA	1.00							
X10	VENTANA PREFABRICADA DE ALUMINIO	PZA	1.00							
X11	ARG. MAURICIO SANCHEZ RAMIREZ									
X11	ACOMETIDA ELECTRICA A TABLERO PAU	PZA	1.00							

Fecha 6 DE OCTUBRE DE 2002

Hoja 15 de 45

CENTRO DE CONVENCIONES Y EXPOSICIONES

*****Fecha de inicio : Fecha de terminación *****

CONCURSO : C-1

CMIC

OBRA :

UBICACIÓN : MEX. DF.

CLAVE	DESCRIPCION	UN	CANTIDAD	IMPORTE	SEMANA18	SEMANA20	SEMANA21	SEMANA22	SEMANA23	SEMANA24
					AGOST6-10	AGOST12-17	AGOST19-24	AGOST26-31	SEPT2-7	SEPT9-14
					LUN-SAB	LUN-SAB	LUN-SAB	LUN-SAB	LUN-SAB	LUN-SAB
6.6	CONEXIONES DE COBRE TIPO M DE 25 Ø	PZ/	4.00							
VI	««« INSTALACION ELECTRICA »»»									
VI.1	POLIDUCTO NARANJA GRUESO DE 13 M	UL	83.40							
VI.2	POLIDUCTO NARANJA GRUESO DE 13 M	UL	10.50							
VI.3	CABLE TIPO THW ANTIPLAMA CAL #12	UL	202.90							
VI.4	CABLE DESNUDO CAL #12	UL	75.40							
VI.5	CAJA CUADRADA GALVANIZADA DE 18 M	PZ/	2.00							
VI.6	CAJA CUADRADA GALVANIZADA DE 13 M	PZ/	6.00							
VI.7	CAJA TIPO CHALUPA DE 13 MM	PZ/	9.00							
VI.8	CENTRO DE CARGA 00-2 CON 2 PASTIL	PZ/	1.00							
VI.9	SOQUET DE BAGUELITA	PZ/	6.00							
VI.10	CONTACTO SENCILLO QUINZAÑO	PZ/	8.00							
VI.11	APAGADOR SENCILLO QUINZAÑO	PZ/	4.00							
VI.12	VARILLA COPPER WELD A PISO DE 3.05 C/	PZ/	1.00							
VI	««« ACABADOS »»»									
VI.1	ARG. MAURICIO SANCHEZ RAMIREZ PROF. DE ELECTR. EN LA UNIV. AUT. DE QUERETARO	M2			Fecha 6 DE OCTUBRE DE 2002					
VI.2	YESO A PLOMO Y REGLA EN MURO HASTA	M2	64.86							

M. en Arq Julio César Ortiz Flores

CENTRO DE CONVENCIONES Y EXPOSICIONES

*****Fecha de Inicio : Fecha de terminación *****

CONCURSO: C-1

CMIC

OBRA:

UBICACIÓN: MEX. DF.

CLAVE	DESCRIPCION	UN	CANTIDAD	IMPORTE	SEMANA19	SEMANA20	SEMANA21	SEMANA22	SEMANA23	SEMANA24
					AGOST6-10	AGOST12-17	AGOST19-24	AGOST26-31	SEPT2-7	SEPT8-14
					LUN-SAB	LUN-SAB	LUN-SAB	LUN-SAB	LUN-SAB	LUN-SAB
X6	CAPA DE COMPRESION DE CONCRETO F	M2	59.04							
X7	COLUMNA METALICA DE 2 ANGULOS DE	PZ	1.00							
X8	««« IMPERMEABILIZACION »»»									
X9	SISTEMA DE IMPERMEABILIZACION FEST	M2	59.04							
X10	««« CANCELERIA Y PUERTAS »»»									
X11	PUERTA I PARMEX CLASICA BLANCA DE 4	PZ	1.00							
X12	PUERTA I PARMEX LISA METAL ARENA D	PZ	2.00							
X13	PUERTA I PARMEX FIBRA PLUS CAOBA D	PZ	1.00							
X14	PUERTA DE ALUMINIO Y CRISTAL DE 1.20	PZ	1.00							
X15	CHAPA SCHLAGE MOD TULIP A-70MO. LL	PZ	3.00							
X16	CHAPA PHILIPS MOD 625 PARA SECCION I	PZ	1.00							
X17	CHAPA SCHLAGE MOD A-52 PO DISEÑO N	PZ	1.00							
X18	VENTANAS PREFABRICADAS DE ALUMINIO	PZ	2.00							
X19	VENTANA PREFABRICADA DE ALUMINIO	PZ	1.00							
X20	VENTANA PREFABRICADA DE ALUMINIO	PZ	1.00							
X21	ARG. MAURICIO SANCHEZ RAMIREZ			Fecha 6 DE OCTUBRE DE 2002						
X22	««« ACUMETIDAS »»»									
X23	ACOMETIDA ELECTRICA A TABLERO PRIN	PZ	1.00							

CENTRO DE CONVENCIONES Y EXPOSICIONES

*****Fecha de Inicio : Fecha de terminación *****

CONCURSO : C-1

CMIC

OBRA :

UBICACIÓN : MEX. DF.

CLAVE	DESCRIPCION	UN	CANTIDAD	IMPORTE	SEMANA19	SEMANA20	SEMANA21	SEMANA22	SEMANA23	SEMANA24
					AGOST6-18	AGOST12-17	AGOST19-24	AGOST26-31	SEPT2-7	SEPT9-14
					LUN-SAB	LUN-SAB	LUN-SAB	LUN-SAB	LUN-SAB	LUN-SAB
VII.6	PINTURA VINILICA EN MUROS APLANADOS	M2		67.598						
VII.7	LOSETA DE BARRONAT. STA JULIA DE 1	M2		27.678						
IX	««« MUEBLES Y ACCESORIO DE BAÑO									
IX.1	FREGADERA TIPO HELVEX	PZ/		1.000						
IX.2	INODORO TANQUE BAJO VITROMEXMO	PZ/		1.000						
IX.3	LAVABO VITROMEX MODELO ECONOMICO	PZ/		1.000						
IX.4	FREGADERO DE ACERO INOXIDABLE DE	PZ/		1.000						
IX.5	MEZCLADORA PARA LAVABO TIPO ECON	PZ/		1.000						
IX.6	MEZCLADORA PARA FREGADERO QUELI	PZ/		1.000						
IX.7	JUEGO DE ACCESORIOS PARA BAÑO LUN	JG/		1.000						
IX.8	LAVADERO DE EMPOTRAR CON TANQUE	PZ/		1.000						
IX.9	CALENTADOR DE GAS AUTOMATICO DE	PZ/		1.000						
IX.10	CISTERNA PREFABRICADA DE 6000 LTS.	PZ/		1.000						
IX.11	HIDRONEUMATICO CASERO 1/4 H.P.	PZ/		1.000						
X	««« LOSA »»»									
X.1	BARRO MAURICIO SANCHEZ RAMIREZ PANTALLAS PARA LOSA PISO APLICADA	M2		Fecha 6 DE OCTUBRE DE 2002						
X.2	POLOSAS DE 20 CM. DE ESPESOR	M2		59.040						

CENTRO DE CONVENCIONES Y EXPOSICIONES

*****Fecha de inicio : Fecha de terminación *****

CONCURSO : C-1

CMIC

OBRA :

UBICACIÓN : MEX. DF.

CLAVE	DESCRIPCION	UN	CANTIDAD	IMPORTE	SEMANA18	SEMANA20	SEMANA21	SEMANA22	SEMANA23	SEMANA24
					AGOSTE-18	AGOSTE-17	AGOSTE-24	AGOSTE-31	SEPT-7	SEPT-14
					LUN-SAB	LUN-SAB	LUN-SAB	LUN-SAB	LUN-SAB	LUN-SAB
X6	CAPA DE COMPRESION DE CONCRETO F142	M2	59.04							
X7	COLUMNA METALICA DE 2 ANGULOS DE (PZ)		1.00							
X8	<<<< IMPERMEABILIZACION >>>>									
X11	SISTEMA DE IMPERMEABILIZACION FES142	M2	59.04							
X12	<<<< CANCELERIA Y PUERTAS >>>>									
X11	PUERTA (PARMEX CLASICA BLANCA DE 4 (PZ)		1.00							
X12	PUERTA (PARMEX LISA METAL ARENA D (PZ)		2.00							
X13	PUERTA (PARMEX FIBRA PLUS CAOBAD (PZ)		1.00							
X14	PUERTA DE ALUMINIO Y CRISTAL DE 1.20 (PZ)		1.00							
X15	CHAPA SCHLAGE MOD TULIP A-70MD, LL (PZ)		3.00							
X16	CHAPA PHILIPS MOD 526 PARA SECCION (PZ)		1.00							
X17	CHAPA SCHLAGE MOD A-62PO DISEÑO N (PZ)		1.00							
X18	VENTANAS PREFABRICADAS DE ALUMIN (PZ)		2.00							
X19	VENTANA PREFABRICADA DE ALUMINIO (PZ)		1.00							
X110	VENTANA PREFABRICADA DE ALUMINIO (PZ)		1.00							
X11	ARG. MAURICIO SANCHEZ RAMIREZ (C) (P) (M) (L) (U) (R) (Z) (S) (T) (E) (N) (O) (S)				Fecha 6 DE OCTUBRE DE 2002					
X11	ACOMETIDA ELECTRICA A TABLERO PRIN (PZ)		1.00							

-115-

BIBLIOGRAFÍA.

1. CEMEX, **MANUAL DE CONTROL DE CALIDAD ISO-9000**, 2002.
2. ESQUEDA PACHECO IRENE, **"TESIS: CENTRO DE CONVENCIONES, CUERNAVA"**, UNAM, 2000.
3. INEGI, **"CODICE 90"**, LOTIFICACIÓN DE TERRENOS, 1990.
4. INTERCERAMIC, **CATALOGO DE PRODUCTOS INTERCERAMIC**, EDIT. ESPAÑA, 2002.
5. KEYSTONE, **MANUAL DE PRODUCTOS KEYSTONE**, EDITORA Y DISTRIBUIDORA MEXICANA, 2001.
6. LEYES Y CIDIGOS DE MÉXICO, **REGLAMENTO DE CONSTRUCCIONES DEL DISTRITO FEDERAL**, EDIT. PORRUA, 2001
7. MARTINEZ ROMERO EDGAR, **"TESIS: CENTRO CULTURAL, RECREATIVO Y DE EXPOSICIONES, XOCHIMILCO"**, UNAM, 1999.
8. MULTYPANEL, **MANUAL DE PRODUCTOS MULTYPANEL**, 2001
9. ROCK & STONE, **MANUAL DE PRODUCTOS ROCK & STONE**, EDITORA Y DISTRIBUIDORA MEXICANA, 2000.
10. SALAZAR BENITEZ ADRIANA, **"TESIS: VIVIENDA MINIMA, LEÓN GTO."**, UNAM, 2001.
11. VITROMEX, **CATALOGO DE PRODUCTOS VITROMEX**, EDITORA Y DISTRIBUIDORA MEXICANA, 2002.