

872703

10  
des.

TESIS CON  
FALLA DE ORIGEN

262611



**UNAM – Dirección General de Bibliotecas**

**Tesis Digitales**  
**Restricciones de uso**

**DERECHOS RESERVADOS ©**  
**PROHIBIDA SU REPRODUCCIÓN TOTAL O PARCIAL**

Todo el material contenido en esta tesis está protegido por la Ley Federal del Derecho de Autor (LFDA) de los Estados Unidos Mexicanos (México).

El uso de imágenes, fragmentos de videos, y demás material que sea objeto de protección de los derechos de autor, será exclusivamente para fines educativos e informativos y deberá citar la fuente donde la obtuvo mencionando el autor o autores. Cualquier uso distinto como el lucro, reproducción, edición o modificación, será perseguido y sancionado por el respectivo titular de los Derechos de Autor.

DISCONTINUA.

OBSERVACION

TESTIS PROFESIONAL PARA OBTENER EL TÍTULO DE

## ARQUITECTO

TEMA


MÓDULO DEPORTIVO EN ZIRACUARETIRO,

MICHOACÁN

FRANCISCO GUSTAVO RUÍZ HURTADO

ESTUDIOS REALIZADOS EN LA

UNIVERSIDAD DON VASCO, A.C.

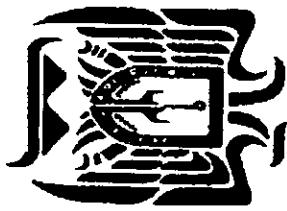

INCORPORADA A  
LA  
UNIVERSIDAD  
NACIONAL  
AUTÓNOMA DE MÉXICO

MAYO DE 1998

FALTA PAGINA

No.

2

# INTRODUCCIÓN

FALTA PAGINA

No.

H



FALTA PAGINA

No.

6

## AGRADECIMIENTOS

**A DIOS:**  
GRACIAS, POR SU SIEMPRE GRANDIOSA PRESENCIA

**A MIS PADRES:**  
GRACIAS, POR SU MARAVILLOSA CARGA GENETICA, POR EL IMPORTANTE APOYO QUE ME HAN BRINDADO Y HE RECIBIDO Y SOBRE TODO POR EL INFINITO AMOR QUE ME DAN Y SE VE REFLEJADO EN LAS OBRAS QUE EMPRENDO DIA CON DIA, "MIL GRACIAS" POR SER COMO SON

**A MIS ABUELOS:**  
GRACIAS, POR SU LOABLE EJEMPLO DE TRABAJO Y RESPONSABILIDAD, Y UNA VEZ MAS MIL GRACIAS POR ESAS CHARLAS TAN FRANCAS Y CLARAS QUE SOLO USTEDES PUEDEN DAR, POR QUE ELLAS ME ENSEÑAN A SEGUIR ADELANTE EN ESTE CAMINO EN EL QUE ME HE DADO CUENTA QUE NO ESTOY SOLO YA QUE SIEMPRE CUENTO CON LOS MIOS


**A MIS MAESTROS:**  
GRACIAS, POR SUS NOBLES LECCIONES Y GRANDES CONOCIMIENTOS TRANSMITIDOS A MI PERSONA QUE NUNCA OLVIDARE Y ESTARAN CONMIGO EN EL TRANSCURSO DE TODA MI EXISTENCIA Y ME AYUDARAN A DESENVOLVERME MEJOR

**AL ING. JUAN RUTIZ Y AL ARQ. FCO. RODRIGUEZ:**  
GRACIAS, POR SUS CONSEJOS Y CORRECCIONES MUY ACERTADAS.

## EL DEPORTE

El deporte como cultivo consciente del cuerpo que lleva al despliegue de sus posibilidades y aptitudes, es una faceta de la vida humana en la que cualquier individuo, puede experimentar la exploración de sus potencialidades y características físicas. Lo que ha llevado a todo el mundo a darle una gran importancia.


Pese a su importancia, actualmente en nuestro país, el deporte presenta una deficiencia que se considera como alarmante porque falta interés en su impulso y fomento, es pues necesario aportar un plan de educación física, deporte y recreación dirigido a las células sociales en crecimiento como son niños y jóvenes, sin olvidar la atención a personas adultas. Aunado a este enfoque deportivo es relevante hablar de una problemática en general en nuestro país donde sufrimos el retraso de programas deportivos comenzando por el trato privilegiado que reciben la ciudades de mayor importancia como las capitales y el propio Distrito Federal donde la derrama económica para apoyar su desarrollo es mucho mayor en comparación con las aportaciones económicas que se le dan a ciudades de menor importancia y donde los poblados y comunidades rurales por lo regular no son tomados en cuenta.

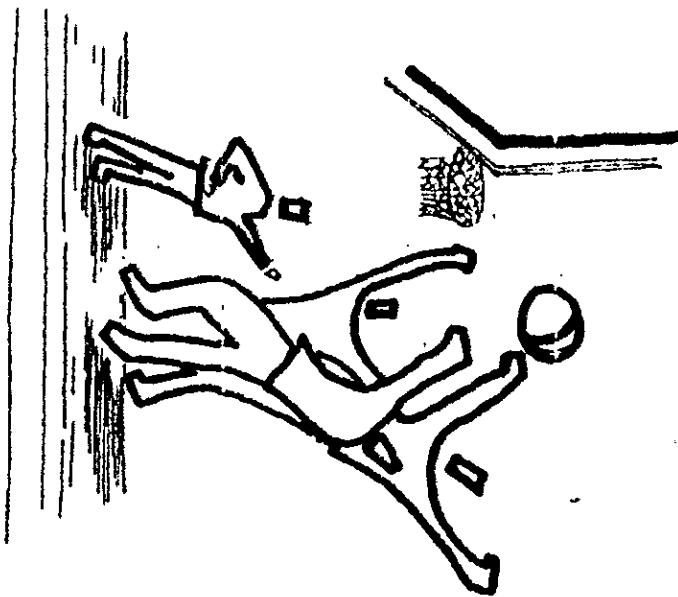

**Debe ser primordial el dar apoyo a las comunidades rurales,** de forma que se vean integradas en los planes deportivos Nacionales, esto permitirá hacer al deporte en nuestro país más atractivo y competitivo pudiendo realizarse de una forma más amplia permitiendo lograr ambientes de socialización muy importantes en nuestro tiempo donde un gran número de niños y jóvenes dedican poco tiempo al deporte y mucho tiempo al ocio y la vagancia es urgente demostrar que los gimnasios, canchas deportivas, pistas, plazas recreativas , estadios etc., son laboratorios donde se prueba y vivifica un pensamiento humano para un bien común.

## MENTE SANA EN CUERPO SANO


Es importante citar que el aprendizaje de los jóvenes sobre destrezas y habilidades físicas constituye un fenómeno común a toda sociedad organizada, el contenido así como las características asumidas por el aprendizaje han variado históricamente según las condiciones sociales y culturales y la organización política de algunos países. Podemos entender porque ciertos países dan más apoyo a los programas deportivos que permiten disciplinar las acciones y aumentar su rendimiento en cualquier campo de la vida.

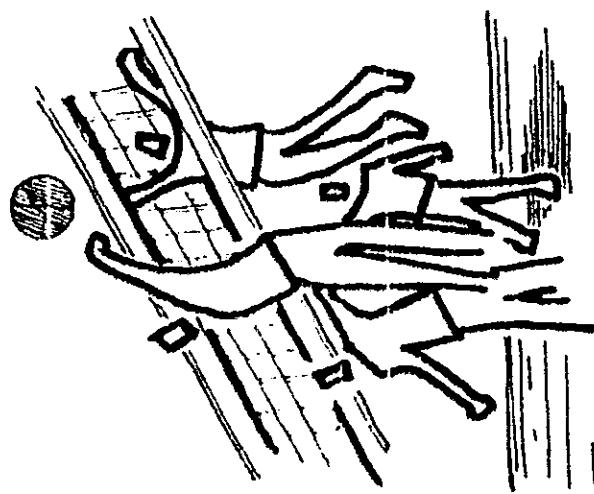


Es necesario para la obtención y buen desarrollo de dichos programas apoyarse en tecnologías que se utilizan cada vez más en el campo del deporte y más específicamente en espacios deportivos.

Dentro de los avances más importantes podemos ver los propios materiales y equipos con los que se practican los diferentes deportes, esto permite incrementar el rendimiento del deportista haciendo sus movimientos motores más precisos y evitando lesiones, si a esto le aparamos la gama de posibilidades de realizar actividades físicas dentro de un espacio deportivo, se convierte en un producto de utilización básica.

La historia moderna del deporte y la educación física se han fusionado con la medicina deportiva para dar un desarrollo óptimo al deportista.

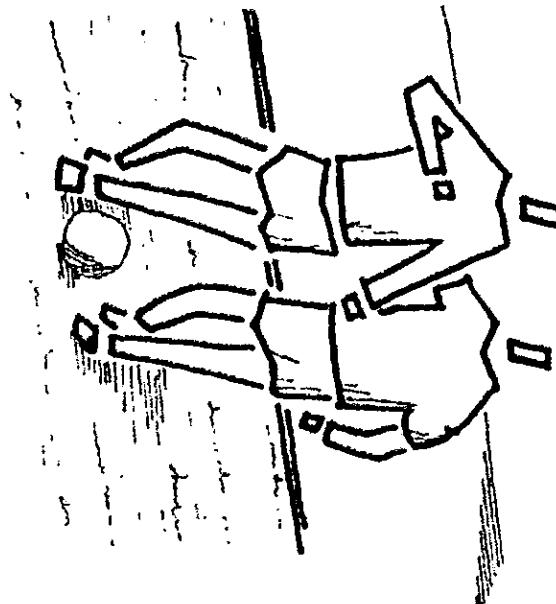


**MICHOACÁN**

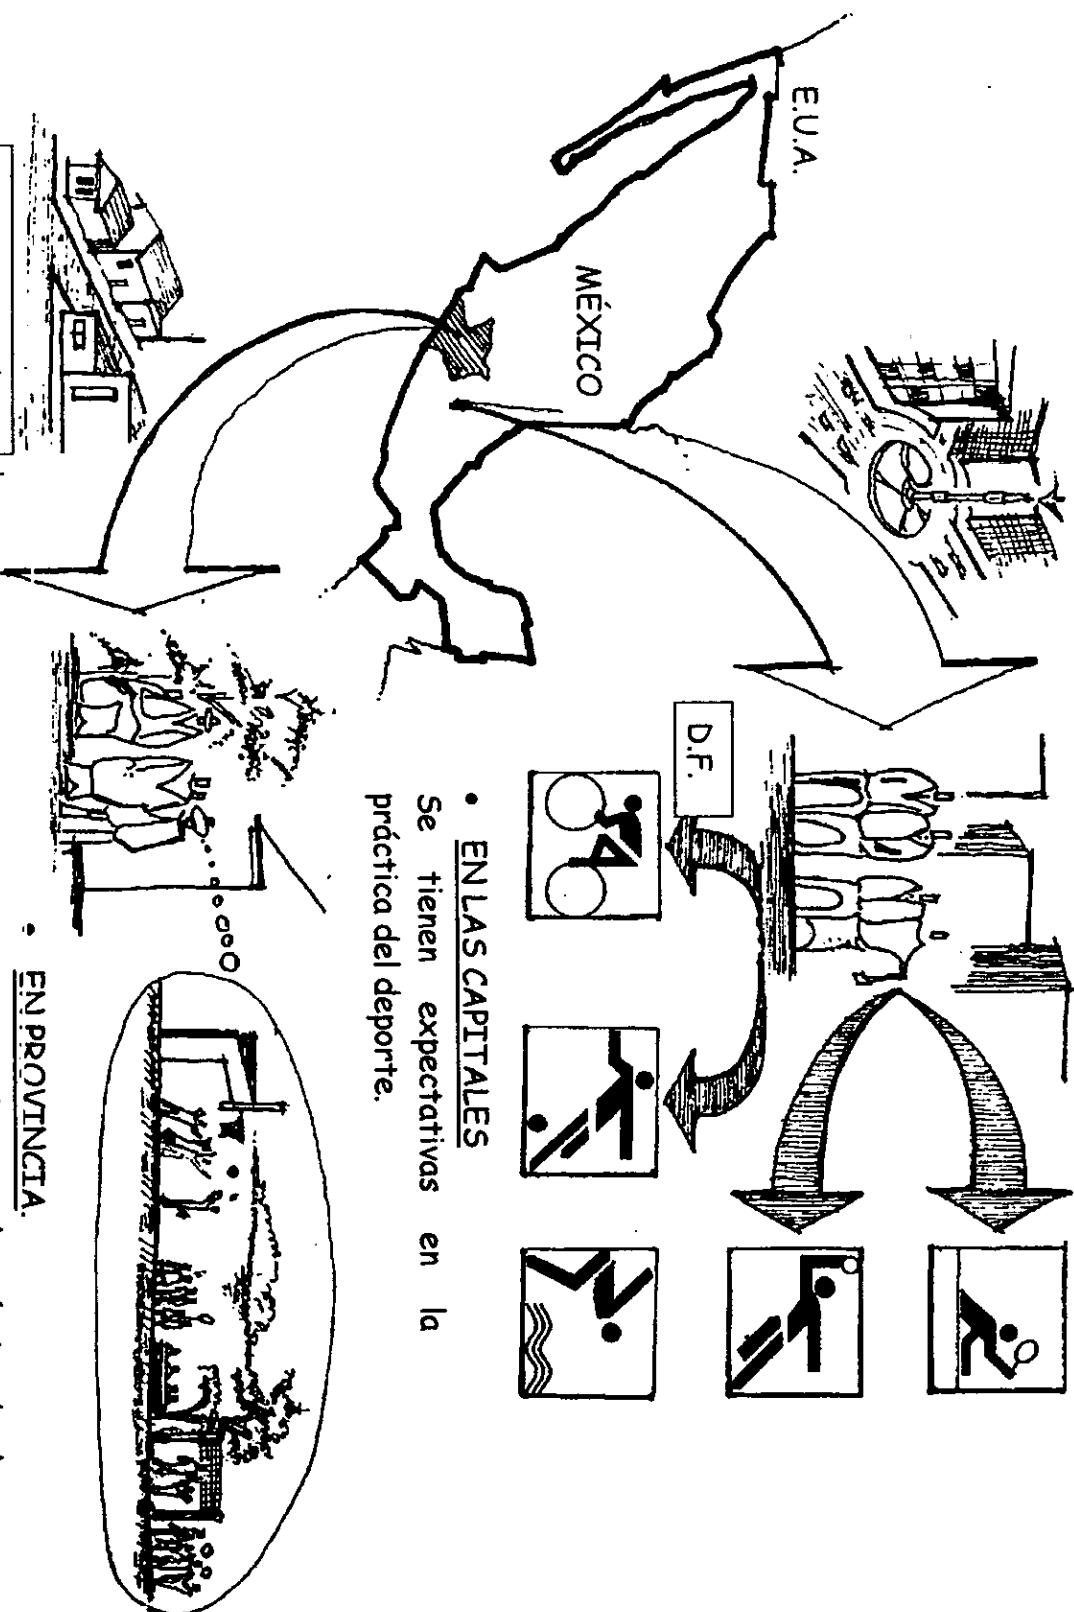


## LA NECESIDAD


Dentro de las ciudades y los pueblos existen...

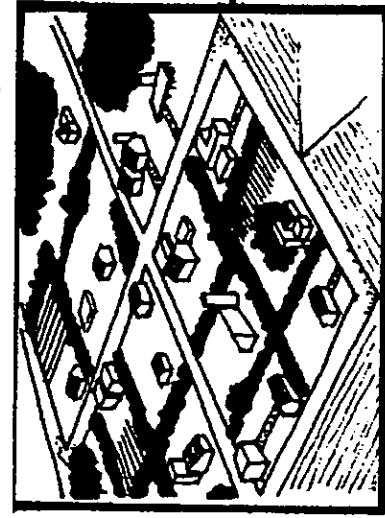


- Educación para niños y jóvenes

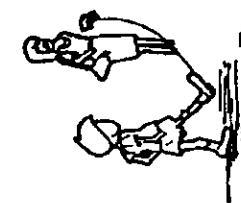


- Falta de atención para niños y jóvenes.

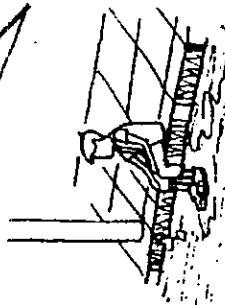


- Falta de espacios adecuados para la práctica deportiva.

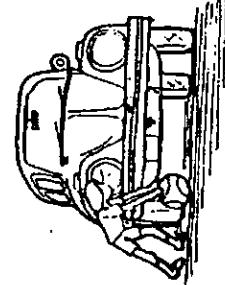

- Inseguridad de la gente a todas horas.

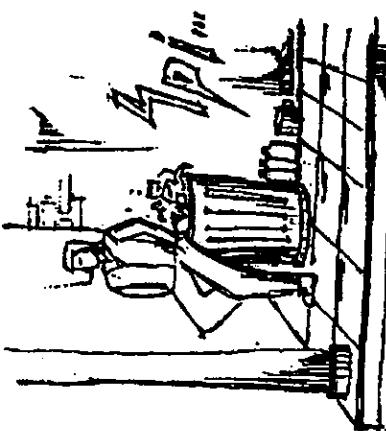

- Jóvenes que se dedican al ocio.

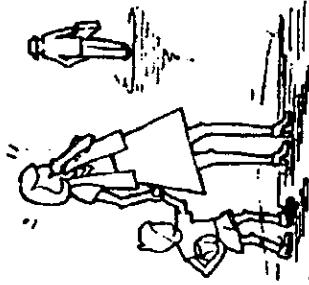

## **ANTECEDENTES HISTÓRICOS**

El inicio del deporte como actividad física se remonta a la era primitiva cuando el hombre aún era nómada y su principal actividad se basaba en la caza y requería de gran actividad física. Pero toma el concepto moderno de una disciplina formativa y educativa en la época greco romana, en la Atenas de la época de Pericles donde, buscar una fuente de desarrollo físico integral era difundido a niños, jóvenes y adultos a temprana edad para buscar que el progreso fuera como un ideal y tener en edades superiores prácticas deportivas más complejas en gimnasios que eran establecimientos de uso privado generalmente, en el tiempo y de ahí que progresivamente los mismos se convierten en centros importantes por su uso que es y fue de gran relevancia.


Dentro de estos mismos espacios ya preparados para los diversos ejercicios más adelante se colocaron asientos y bancas para los curiosos que iban a charlar mientras miraban como los pedotribas (instructores) daban su lección.

Pronto se edificaron pórticos y la palestra (lugar de práctica deportiva) se convirtió en un lugar de paseos y citas, finalmente se le dio el último toque con algunas estatuas que vinieron a adornar el lugar.

Poco a poco la reunión de atletas en un sitio específico, de fue desarrollando en todo el mundo sin olvidar que el esplendor de los Griegos y Romanos es el parteaguas del inicio del deporte a nivel competencia.

Fue necesario esperar al renacimiento con su aspiración a revivir la cultura para retomar la relación entre los ejercicios físicos y una preocupación pedagógica. Sin embargo en el siglo XVIII donde la educación física se introduce definitivamente en la vida escolar una grave característica del deporte que se nota en el transcurso de la historia es la separación de algunos deportes que son exclusivos de ciertas estructuras sociales, tal es el caso del ajedrez que son deportes que requieren un esfuerzo mental.

Una característica del deporte es que no se da en el vacío y, aunque aparentemente es alternativo, siempre está bajo el marco de estructuras sociales y económicas ya bien definidas, aquí se comprende por que existen deportes más populares que otros por tal motivo son más practicados algunos deportes específicos.

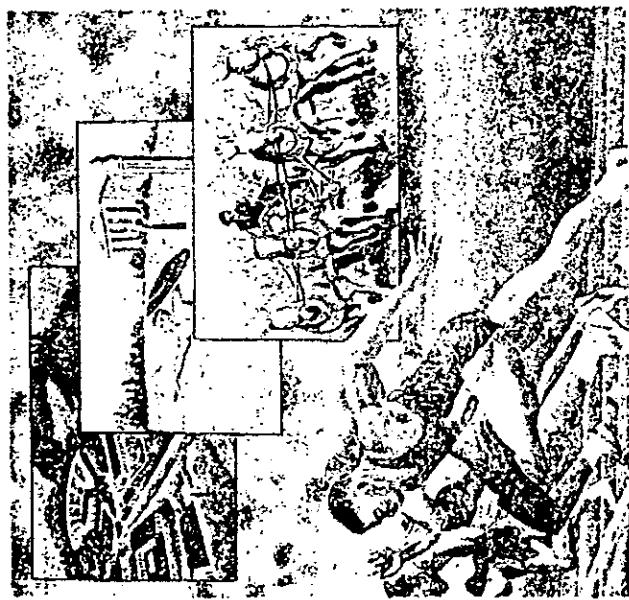

## EN ZIRACUARETIRO

JALISCO


ALICHOACÁN

GUANAJUATO


GUERRERO

ZIRACUARETIRO

SAN ANGEL

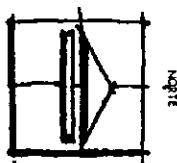



### ACTIVIDADES MATUTINAS

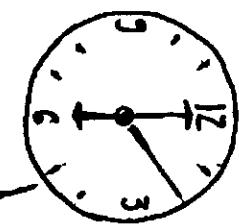


### ACTIVIDADES VESPERTINAS


Lugares de reunión social.

- Plazas
- Jardines
- Calle

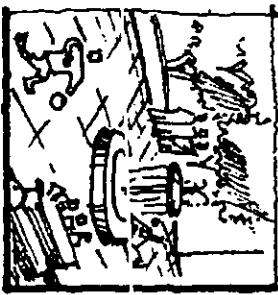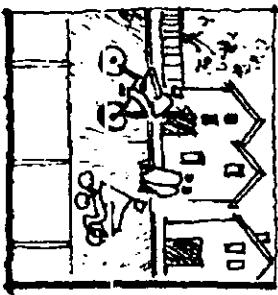

La gente se  
reúne en la  
calle para  
convivir

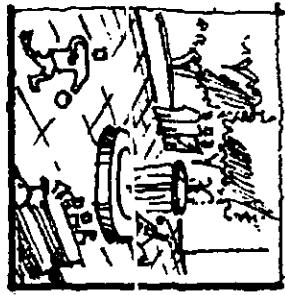


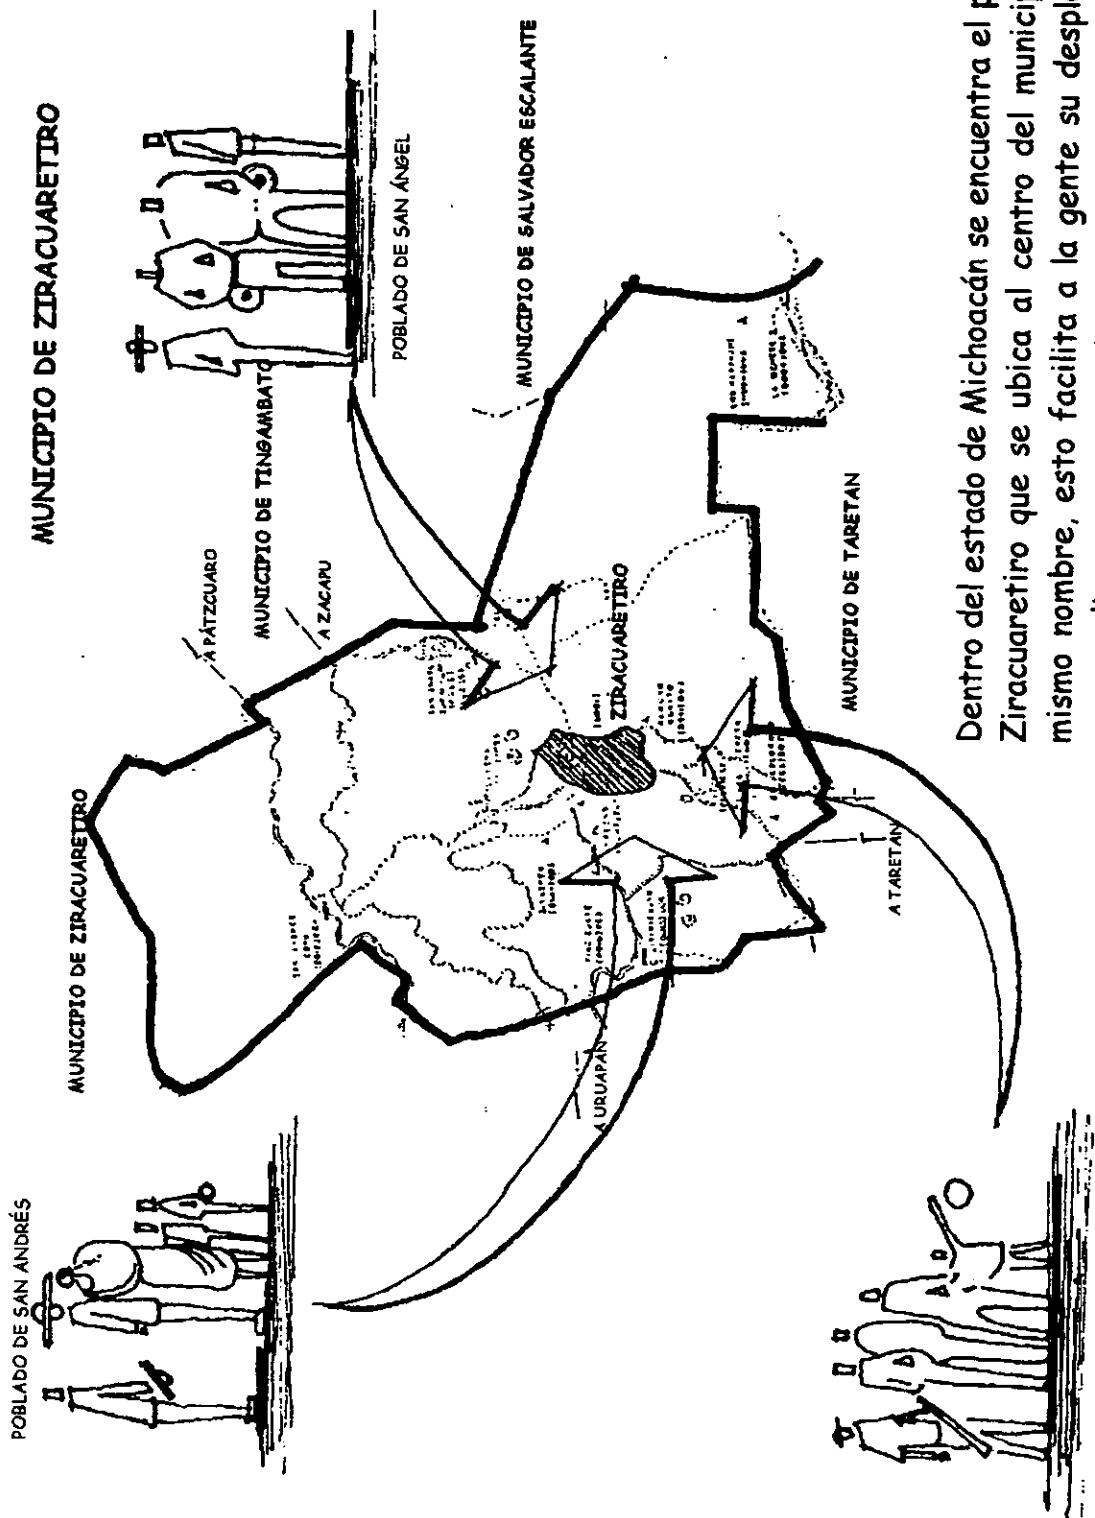

Dentro del estado de Michoacán se encuentra el poblado de Ziracuaretiro que se ubica al centro del municipio con el mismo nombre, esto facilita a la gente su desplazamiento para realizar gran parte de sus actividades, entre ellas el deporte.

Poblado de la ciénega

## En nuestro Estado

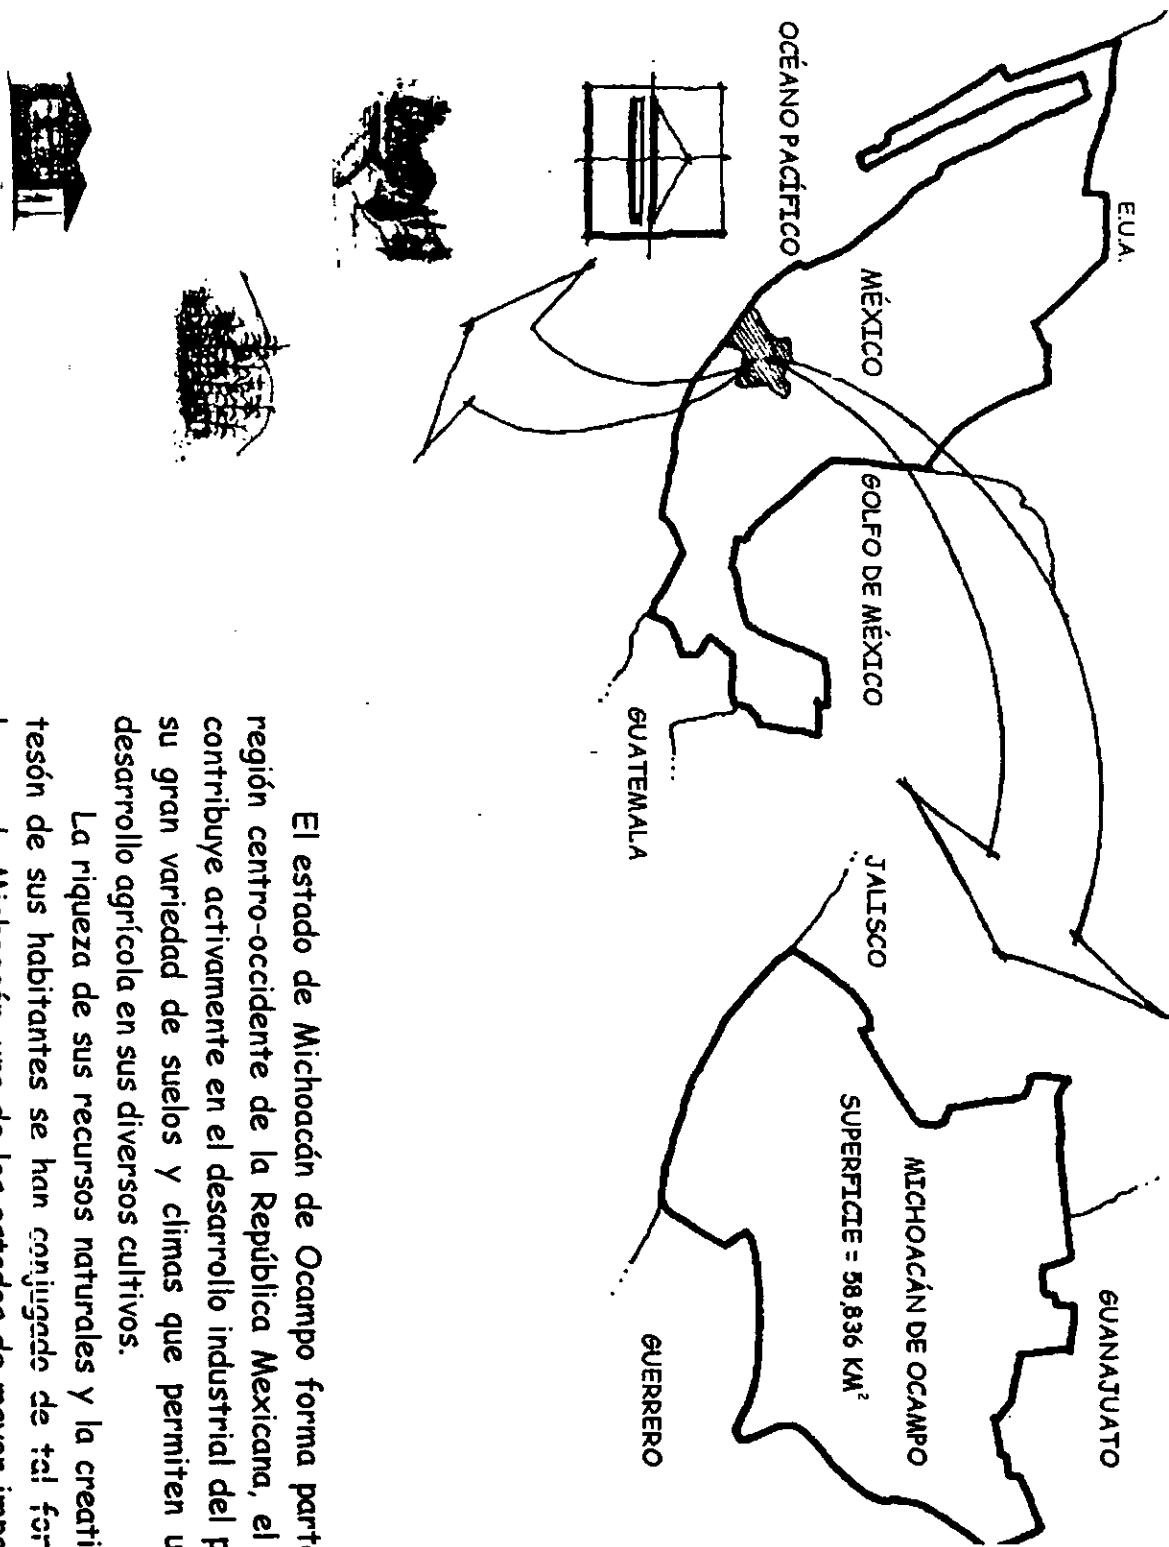

El estado de Michoacán de Ocampo forma parte de la región centro-occidente de la República Mexicana, el estado contribuye activamente en el desarrollo industrial del país con su gran variedad de suelos y climas que permiten un buen desarrollo agrícola en sus diversos cultivos.

La riqueza de sus recursos naturales y la creatividad y tesón de sus habitantes se han conjugado de tal forma que hacen de Michoacán, uno de los estados de mayor importancia de la República Mexicana.




## EN ZIRACUARETIRO

Este tema puede ser también considerado en poblaciones rurales exemplificando el municipio de Ziracuaretiro y el propio pueblo de Ziracuaretiro. Que cuenta con pocas instalaciones deportivas e insuficientes. Esas pocas son:


### INSTALACIONES DEPORTIVAS

1. Escuela rural Niños Héroes.
2. Casa ejidal
3. Casa de la cultura
4. Escuela secundaria.


Siendo 10,000 habitantes en el municipio. Estas son las escasas instalaciones con que cuenta el poblado de Ziracuaretiro que se muestran particularmente a continuación.

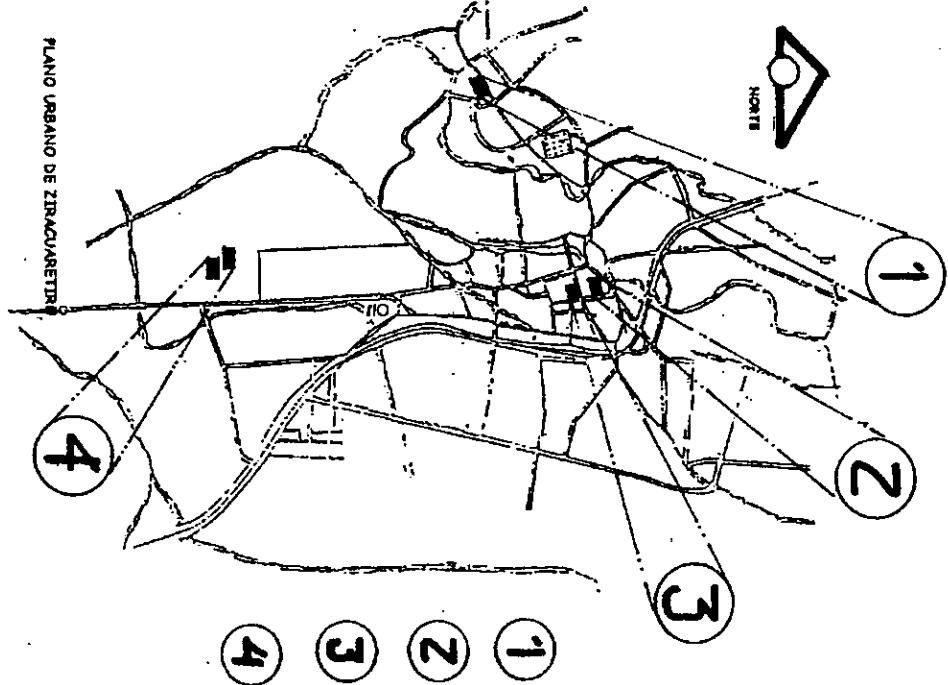

## 1 ESCUELA PRIMARIA NIÑOS HEROES

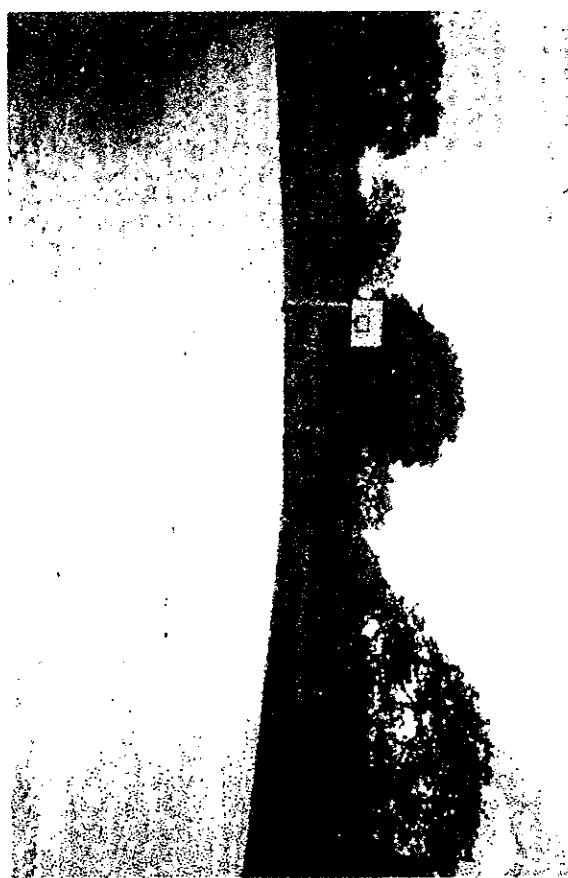


En esta pequeña escuela rural solo encontramos una cancha de Basquet-bol, que es usada exclusivamente por alumnos y maestros por estar dentro de una institución de tipo básico, no es permitido el acceso a personas ajenas al mismo lo cual hace limitado su uso y aún así no se aprecia un trato especial a sus usuarios primarios, ya que los tableros se encuentran a una altura reglamentaria de 3.05 mts. y los hace inaccesibles para los niños de 6 a 12 años, referente a materiales empleados son concreto ruyado sobre material pétreo compactado.

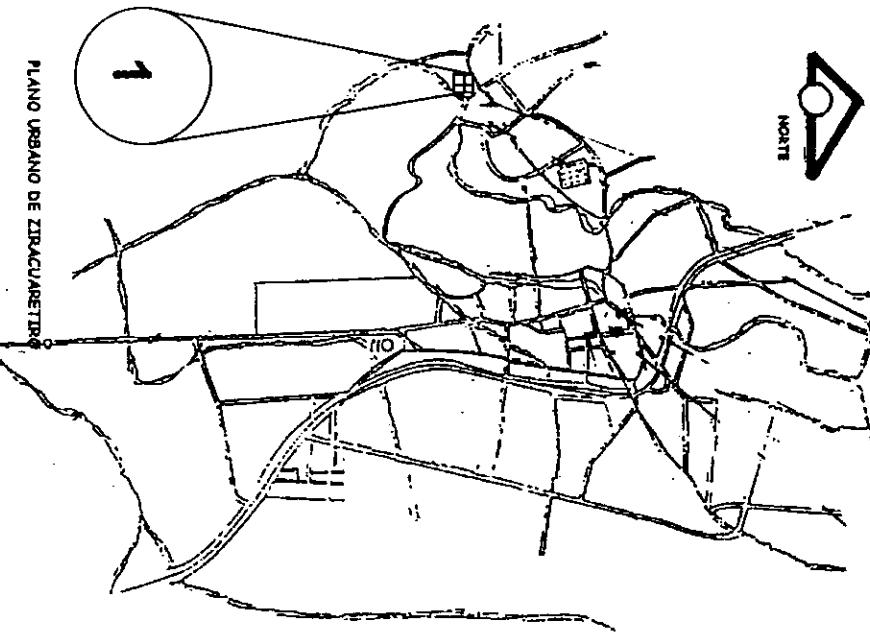

## 2 CASA EJIDAL




Este espacio fue construido hace aproximadamente 50 años y reacondicionado como tal hace 25 años ya que era una casa que se donó al municipio para crear un salón de usos múltiples, actualmente este salón es rentado para cualquier tipo de eventos sociales principalmente los fines de semana, actualmente es el lugar más concurrido para la práctica de deportes como el Basquet-bol y voli-bol. Una de sus ventajas es que se encuentra techado en su totalidad y es el primer sitio que se satura los fines de semana sino se encuentra alquilado para otro servicio, su principal problema es que no se puede

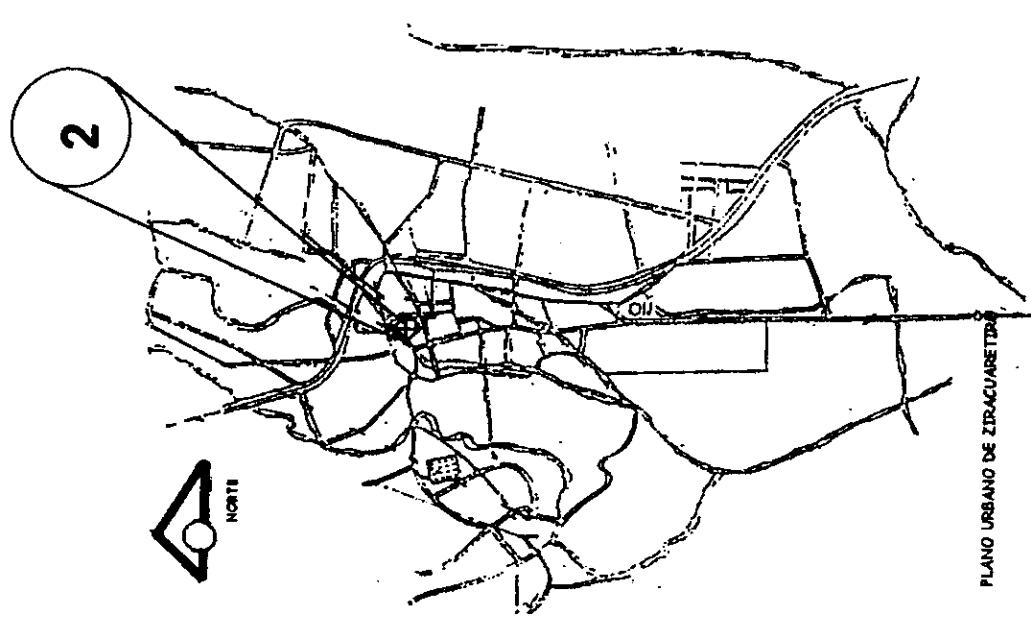


#### 4 ESCUELA SECUNDARIA RURAL




Actualmente la secundaria cuenta con 2 canchas de Basquet-bol y una de Fútbol que son de uso exclusivo para los estudiantes, estas canchas solo son usadas durante el transcurso del horario escolar. Una vez que este termina, quedan sin uso alguno.

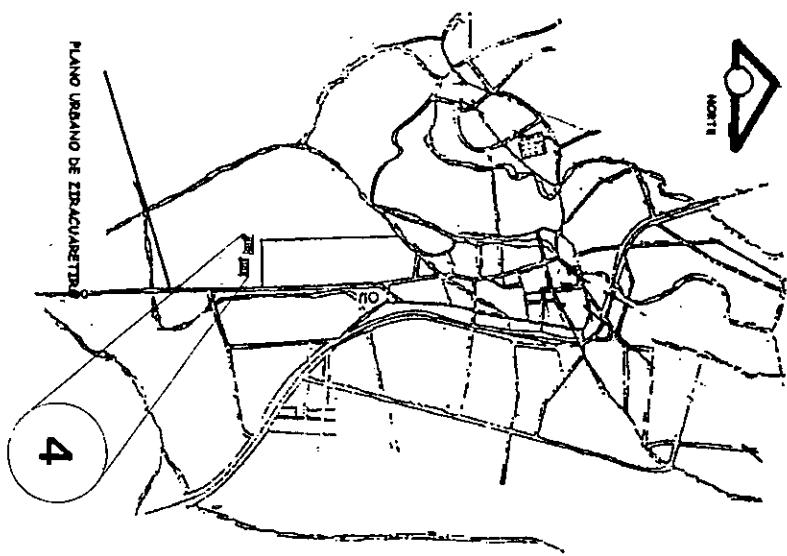

### 3 CASA DE LA CULTURA

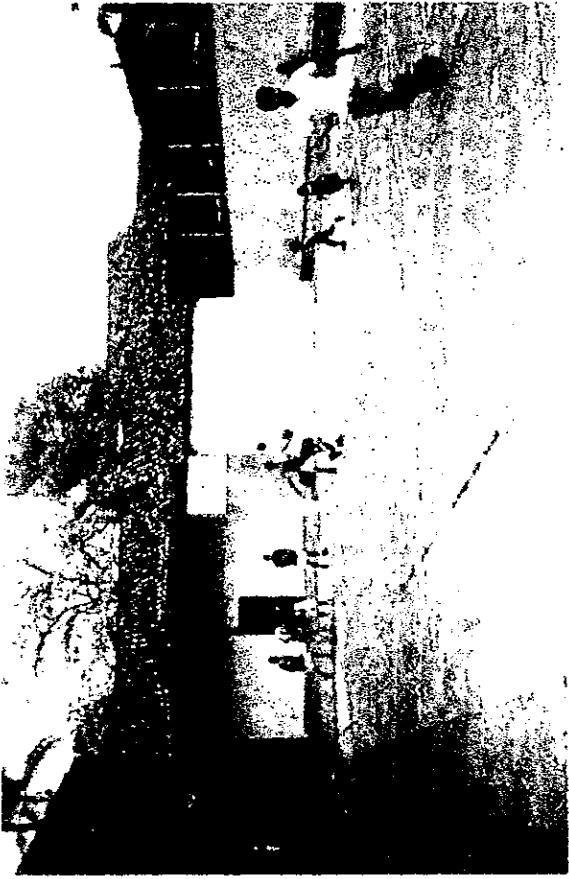


En la casa de la cultura de Ziracuaretiro citamos la segunda cancha de más uso a nivel municipal, actualmente su uso es el apropiado con la incompatibilidad que dentro de la propia Casa de la Cultura se encuentra la biblioteca del pueblo, los ruidos y el bullicio al aglomerarse tanta gente afectan la función de la biblioteca, siendo un lugar público donde puede acceder cualquier persona su única limitante es el uso del horario que presta ya que es únicamente vespertino.

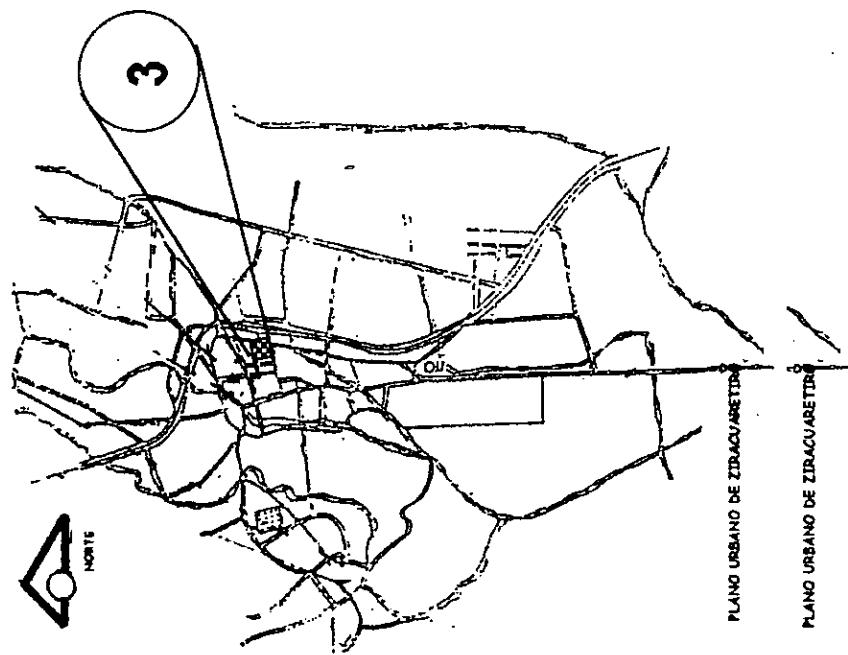


## CONCLUSIÓN

Como se ve y comprende el impulso al deporte es esencial para el desarrollo del individuo y la Nación, por ello el motivo de la presente tesis que podría realizarse en cualquier parte de la provincia mexicana y a ejemplificarse en el poblado de Ziracuaretiro.

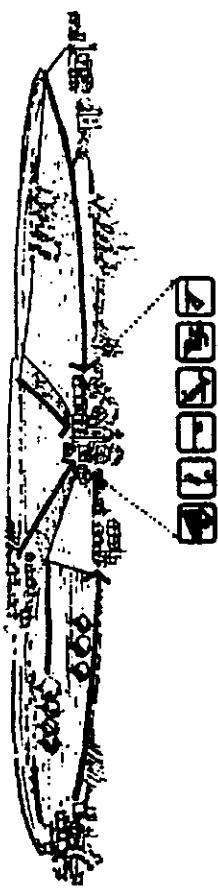


## META

SE PROONDRA A LA COMUNIDAD DE  
ZIRACUARETIRO UN CENTRO PARA EL  
DESARROLLO FÍSICO Y MENTAL DE NIÑOS,  
JÓVENES Y ADULTOS.

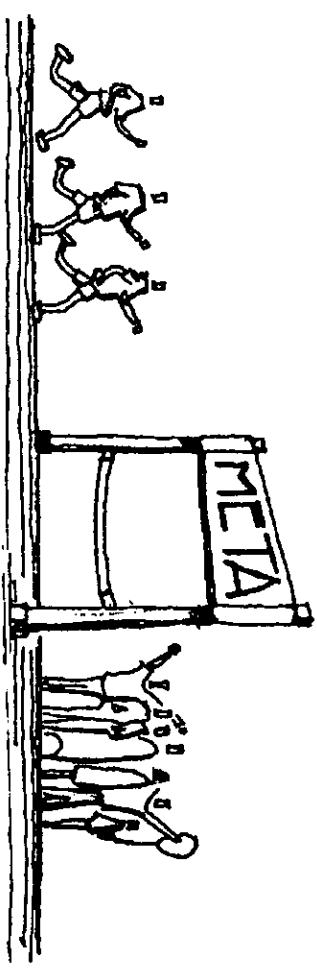

# SISTEMAS ANÁLOGOS


UNIDAD DEPORTIVA HERMANOS LÓPEZ RAYÓN.

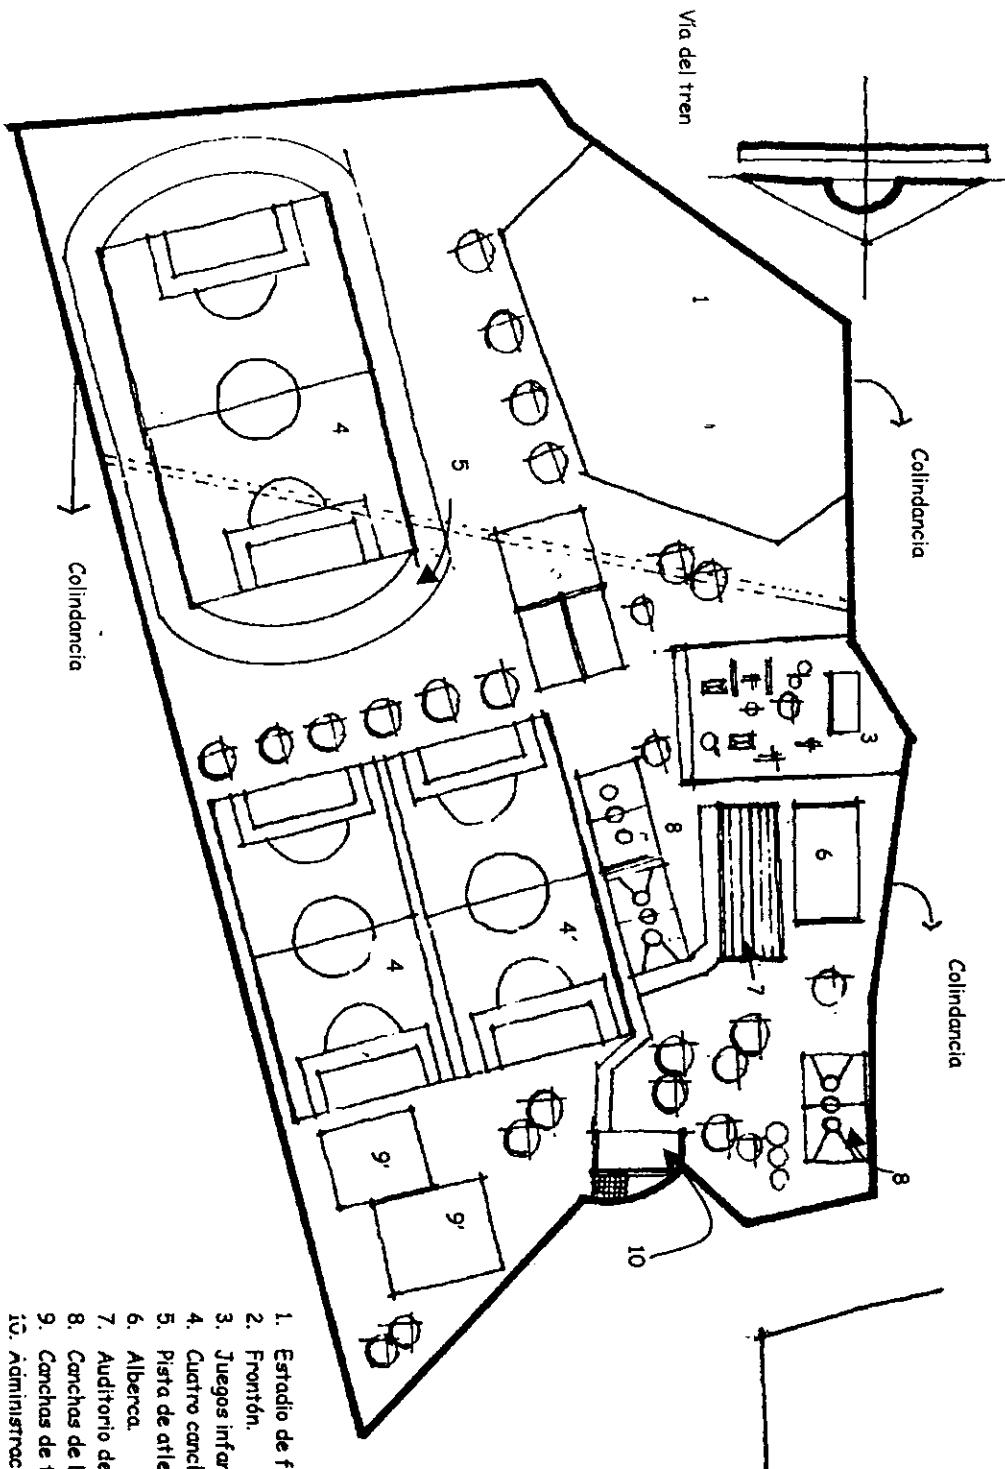

1. Estadio de futbol.
2. Frontón.
3. Juegos infantiles.
4. Cuatro canchas de futbol.
5. Pista de atletismo.
6. Alberca.
7. Auditorio de basquetbol.
8. Canchas de basquetbol.
9. Canchas de tenis.
10. Administración.

# SISTEMAS ANÁLOGOS

## UNIDAD DEPORTIVA HERMANOS LÓPEZ RAYÓN.


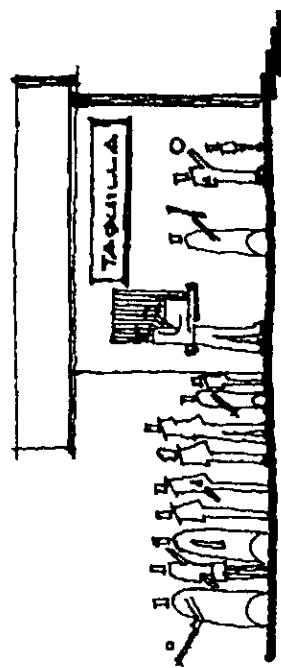


Actualmente este espacio tiene un uso máximo los fines de semana, donde se ve saturado por gran cantidad de gente esto afecta más a unas actividades deportivas que a otras tal es el caso de Basquet-bol y voli-bal.

En su contraparte existen zonas deportivas que sólo son aprovechadas a un tanto por ciento lo que hace ver dentro de este análisis que hay partes de mayor uso deportivo que otras.



Existen áreas sin tratamiento alguno como algunas áreas verdes que deberían explotarse para beneficio de la Unidad Deportiva, obteniendo de éstas, nuevas áreas de esparcimiento que atiendan las expectativas del usuario.

Para nuestro proyecto en Ziracuaretiro, se replanteará la propuesta de algunos espacios deportivos elitistas o menos populares y dependiendo la demanda de los mismos, se propondrá su número y cantidad.

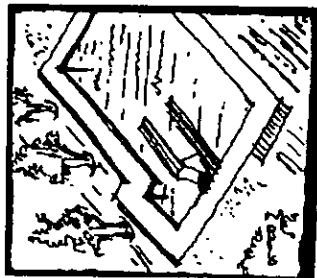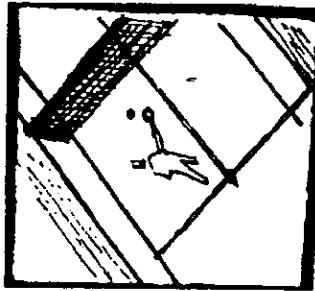

## CONCLUSION PARCIAL.


Del análisis anterior sobre el uso más intenso, de algunas áreas deportivas se desprende cierta jerarquía sobre dos principales actividades que son basquet-bol y volli-bol por ser sumamente populares esto se tomará en cuenta para la situación que tomarán dentro del proyecto.

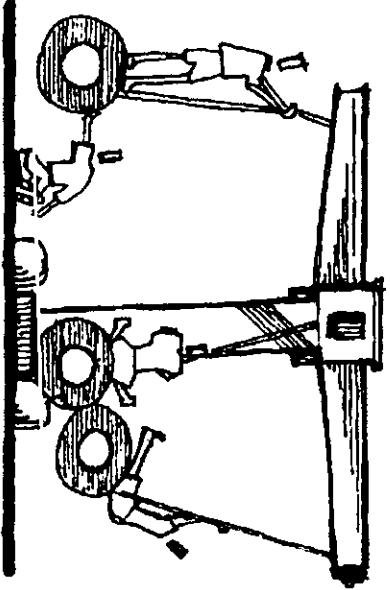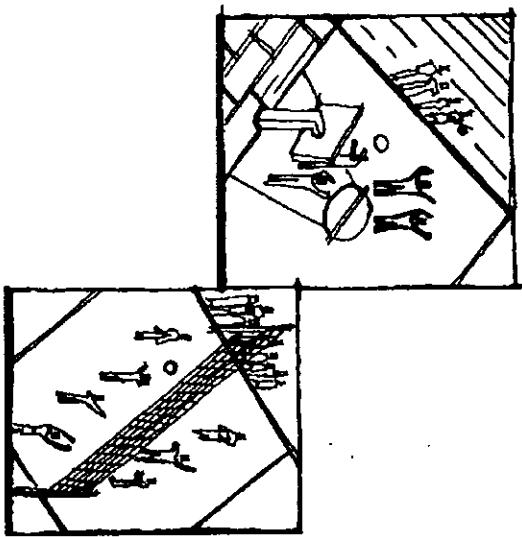

Es importante la propuesta de áreas de apoyo para infantes, aunque éstas sólo serán de auxilio, pero serán integradas al proyecto en forma complementaria, porque se aprecia que los niños generalmente acompañan a los adultos a sus actividades deportivas y dentro de la Unidad Deportiva de Uruapan no se aprecia integración alguna entre áreas infantiles y deportivas.

# SISTEMAS ANÁLOGOS

UNIDAD DEPORTIVA HERMANOS LÓPEZ RAYÓN.

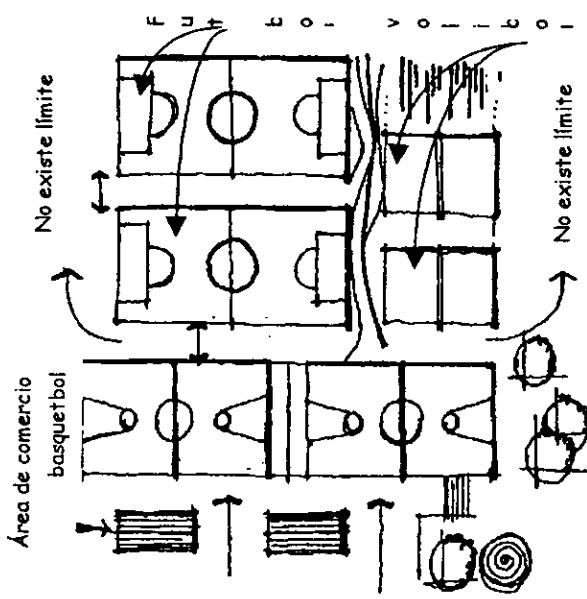


En lo referente a estructuración como es el caso de las partes bajas de la propia Unidad existen algunas fallas pero es por falta de mantenimiento y en otros casos por el factor económico ya no existe limitante alguno entre canchas y áreas de comercio o entre cancha y cancha.

De lo anterior se puede apreciar la falta de estructuración en este espacio esto repercute directamente en la calidad del espacio no previendo las ligas entre las canchas.

Actualmente se le está dando un nuevo tratamiento a algunas zonas específicas, por medio de una remodelación y a otras zonas se pretende sean reacondicionadas ; específicamente jardines, ya que es importante el uso de los mismos para que definan con áreas verdes porque estas partes actualmente se le esta dando un nuevo tratamiento a algunas zonas específicas, tal es el caso de la administración y el acceso principal, que presentan notables cambios y otras zonas se están proyectando para ser reacondicionadas; como los propios jardines y franjas arboladas ya que su uso es importante para definir concretamente áreas verdes porque estas partes en la Unidad Deportiva se encuentran totalmente deterioradas y sin uso y esto obliga para que las instalaciones no sean utilizadas al 100%.

Zonas definidas naturalmente

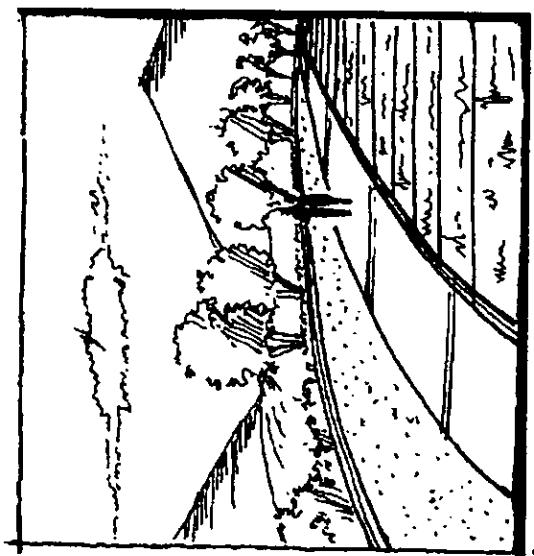



## S I S T E M A S A N Á L O G O S

UNIDAD DEPORTIVA HERMANOS LÓPEZ RAYÓN.

En la Unidad Deportiva de Uruapan actualmente, se está proponiendo una remodelación en la primera etapa de la misma, es en el propio ingreso por ser un punto neurálgico en algunas horas los fines de semana, que se pretende integrar un nuevo sistema el cual resolverá al parecer el conflicto, este sistema es en base a un boleto que se adquiere en taquilla que se presentará en la barandilla giratoria como en algunas terminales de transporte.

Para mi proyecto en particular, este sistema no sería el más práctico porque no se tiene la misma densidad de población, se requiere de un sistema más conveniente que invite a la gente a ingresar por un acceso franco, para evitar otro conflicto que se tiene en instalaciones de este tipo el cual es evadir mallas y protecciones para no pagar el ingreso actualmente en la Unidad Deportiva de Uruapan se está trabajando este aspecto con la colocación de una barda de mampostería y un medio barandal para dificultar el salto de las personas por esto es determinante proponer una taquilla fácilmente detectable que el facilite a la gente la adquisición de su boleto e ingreso.

Un aspecto que sobresale de la Unidad Deportiva de Uruapan es su estacionamiento, el cual no presenta tratamiento alguno, se encuentra totalmente descuidado, no existen límites de

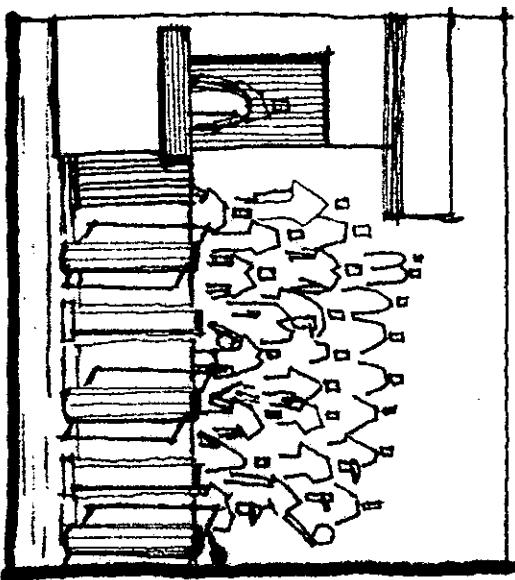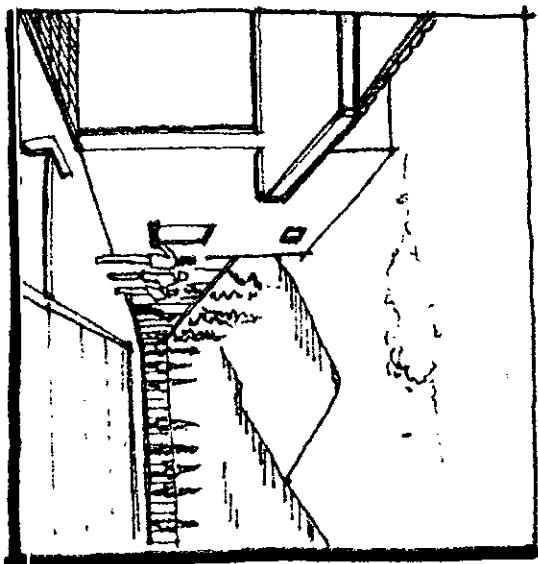


ningún tipo, además de que el propio estacionamiento se sitúa sobre una vialidad secundaria, lo que lo hace aún más indefinido y provoca inseguridad en el ingreso por lo que los autos invaden estas zonas, ahí se observan otros detalles como falta de pavimentación, isletas para definir los estacionamientos y sus áreas respectivas, otra falla son las banquetas y sus drenes o las propias acequias, ya que las garniciones de las banquetas son muy bajas y facilita al agua su acceso, eso entre otros detalles de menor importancia.

Para mi proyecto se definirán zonas por áreas verdes o arboladas que otorgarán sombras para implementar áreas marcadas por jardineras que aprovecharán deportistas y gente en general lo que también se propondrá en la zona de estacionamiento para estructurar los diferentes espacios.

## SISTEMAS ANÁLOGOS

Auditorio Unidad Deportiva

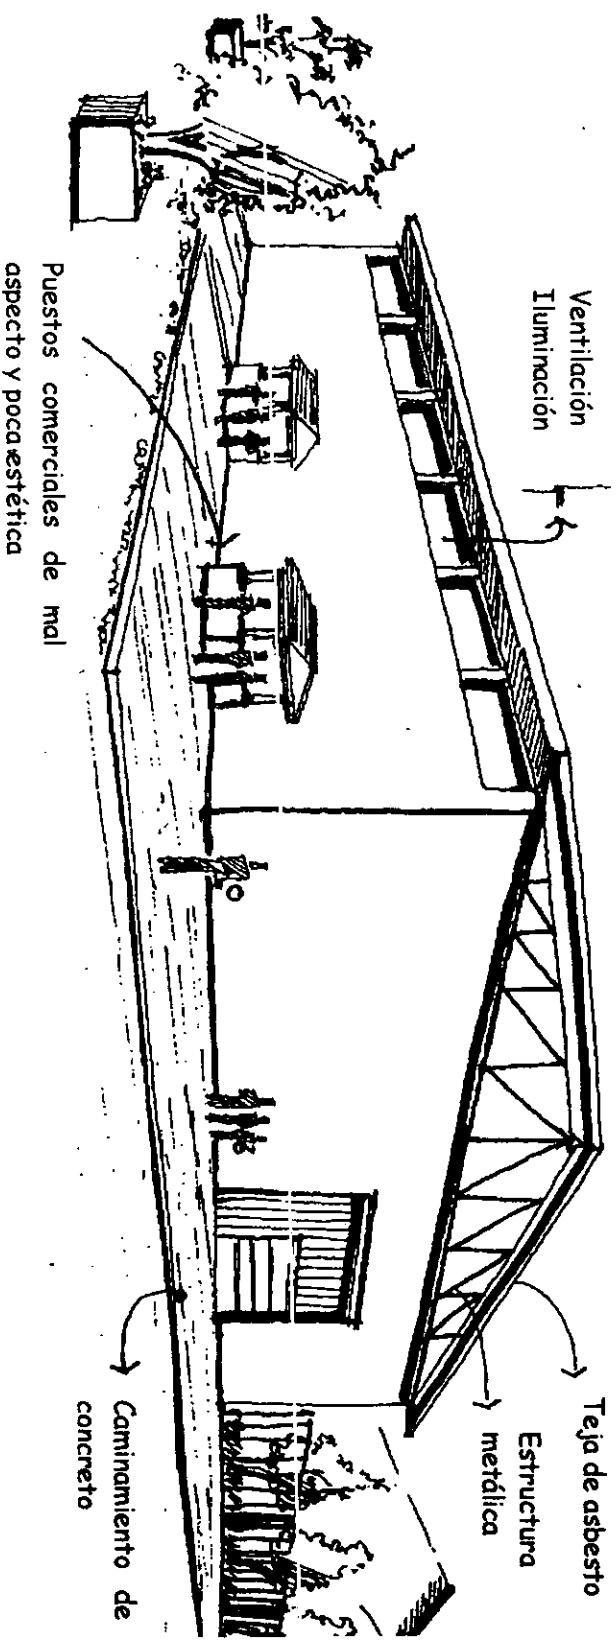


Un espacio de gran jerarquía dentro de la Unidad Deportiva Hnos. López Rayón por forma y función, además de ser un espacio de usos múltiples varios, es el auditorio porque se destina para actividades proporcionando otro trato a la gente por sus cubiertas que protegen de los afectantes naturales.

Para mi caso, en Ziracuaretiro será importante proponer un espacio similar que cuente con graderías que faciliten al observador su visión, que esté provisto con cubiertas para protección exterior y más grandes vanos para facilitar la ventilación e iluminación natural.

## CONCLUSIÓN (SISTEMAS ANÁLOGOS)


Del anterior análisis que se hace a la Unidad Deportiva Hermanos López Rayón, donde se aprecia una falta de estructuración que afecta directamente la calidad del espacio. Mi proyecto se estructurará en base a franjas verdes o las áreas definidas naturalmente para crear barreras naturales.

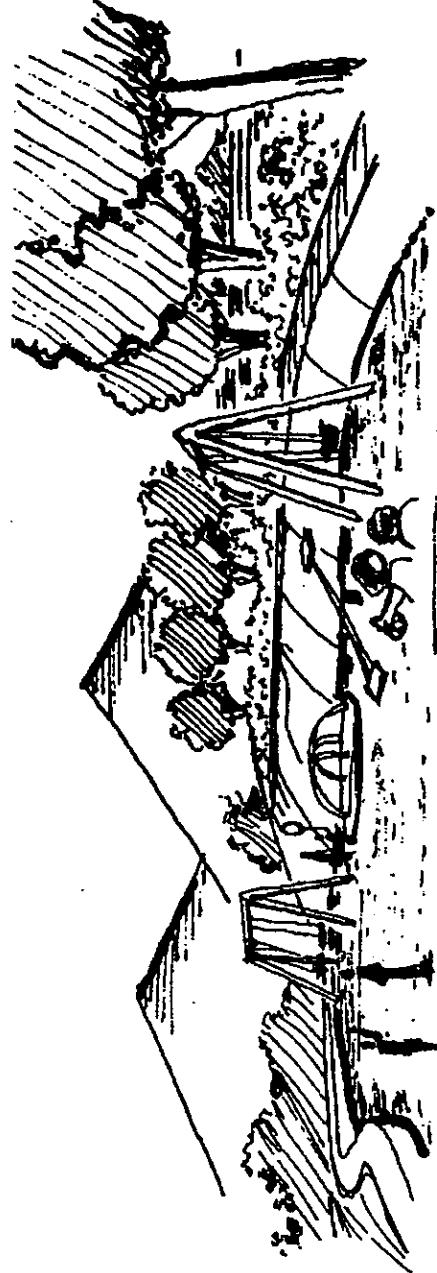

Es importante citar que debe existir una relación entre espacios abiertos con espacios construidos artificialmente ya que los espacios de este tipo son articulados y tienden a reunir a la gente y donde se interaccionan actividades diferentes es importante que cada una tome su identidad por lo que se propondrán espacios naturales de uso infantil y social, para limitar algunas áreas y así mismo se definan caminamientos para la conducción de la gente dentro del espacio.


# SISTEMAS ANÁLOGOS

LA PINERA.

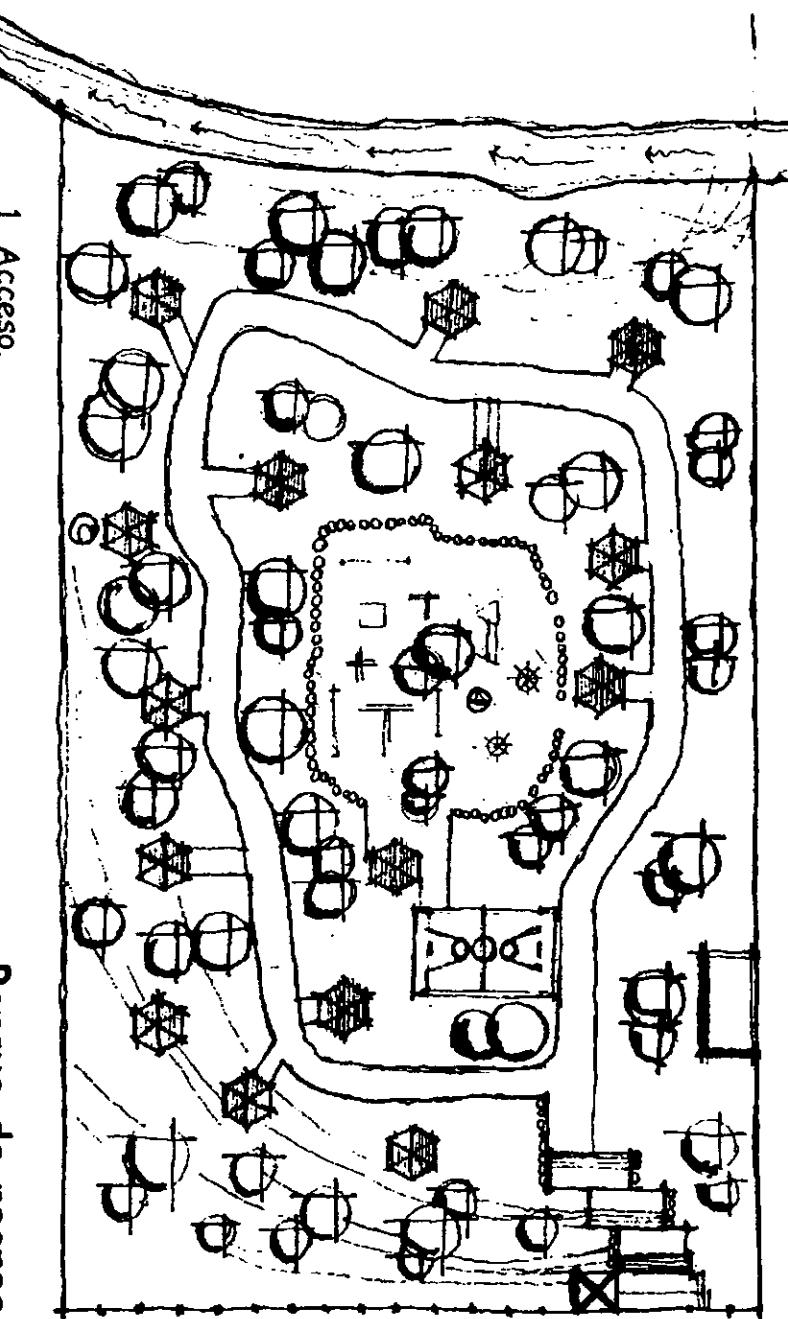

Parque de recreo  
"La Pinera"

1. Acceso.
2. Cenador.
3. Cancha de voli-bol.
4. Área de juegos infantiles.
5. Baños.
6. Caminamientos.

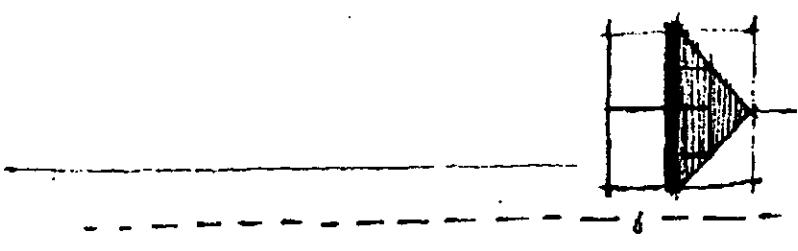

## SISTEMA ANÁLOGO

La Pinera



Vistas abiertas

Protección de los  
elementos naturales

Zonas arboladas

Este es un parque de recreo y diversión, aquí se aprecia una propuesta atractiva al combinar una extensa área arbolada y verde con lugares de esparcimiento, donde las familias pueden convivir en cenadores, los cuales presentan áreas abiertas y vistas muy agradables.

Dentro de mi proyecto, es importante proponer estas zonas verdes y arbolidas ya que los elementos naturales nos ofrecen protección y nos limitan espacios para sus posiciones y así mismos generan ambientes donde la gente puede relacionarse fácilmente.


## SISTEMAS ANÁLOGOS

La Pinera

Zonas definidas por elementos  
verticales

Pasto

Para los juegos infantiles se  
usan elementos que amortigüen  
mecanismos ruidosos

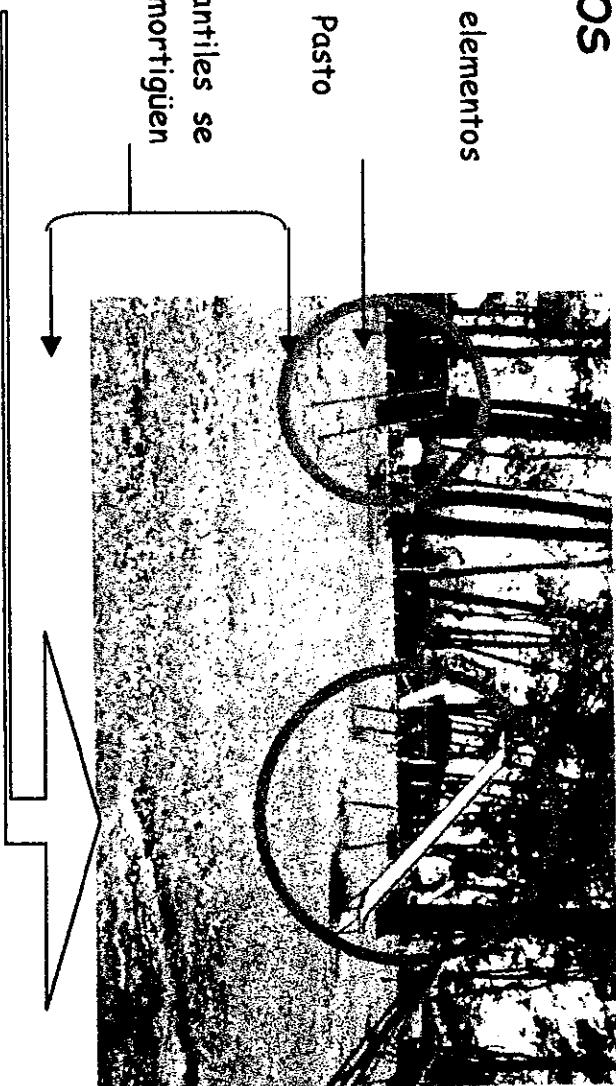


Los juegos que aquí se aprecian son muy repetitivos y estáticos por lo que hay que

El parque también se establece en base a un recorrido, por sus diversas áreas situando la de mayor jerarquía al centro, esta área es la de juegos infantiles, mostrando dentro de ella una sola zona, la cual se limita por troncos de madera natural, los cuales hacen doble función: limitar y servir como un juego extra, para mi proyecto será importante crear recorridos prácticos pero con expectativas, que a su vez definen algunas zonas del propio proyecto y otras zonas pueden ser definidas por jardineras o por elementos naturales como las que vemos en La Pinera.

## SISTEMAS ANÁLOGOS

LA PINERA

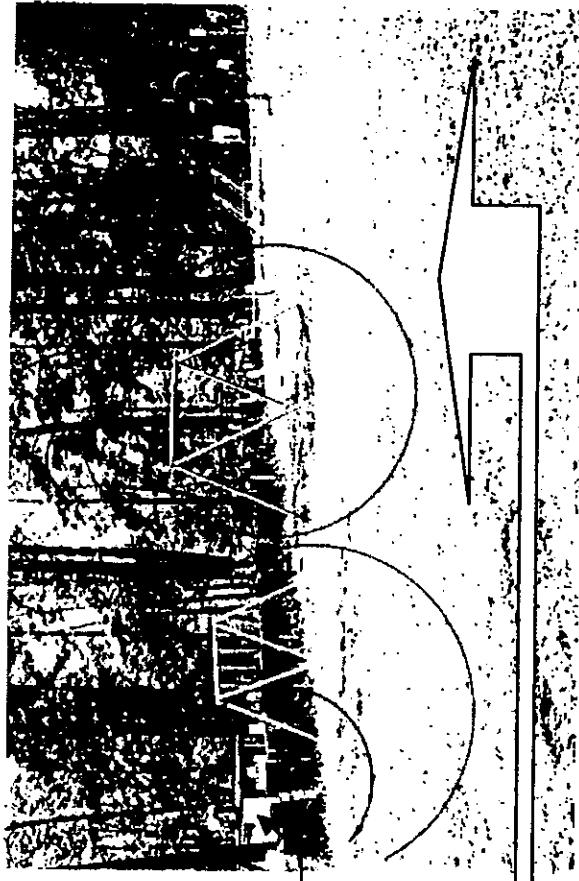

Los servicios están mal situados y  
no presentan tratamiento alguno.

Materiales de los  
juegos mal propuestos o  
mucho más mantenimiento

El parque también tiene grandes errores entre los cuales citaré la posición de los baños o servicios y los materiales de los juegos infantiles, para nuestro proyecto será de vital importancia, situar los servicios en lugares más accesibles y que presenten algún tratamiento en lo referente a la forma y función, por otra parte la fabricación y materiales de los juegos infantiles deben ser tomados en cuenta, porque juegos de materiales como el fierro y acero, acarrean problemas como cortaduras y raspones, esto debido a que están expuestos a la intemperie y fácilmente se oxidan o en su contraparte requieren de mucho mantenimiento.


## CONCLUSIÓN.

La Pinera como parque de recreo, muestra grandes aciertos, los más importantes para mi proyecto son las áreas con tratamiento como son: áreas infantiles, áreas arboladas y sus caminamientos y recorridos que son ligeros, esto como se observa es para lograr cierta expectativa y no hacerlo tan franco el propio recorrido. Así mismo se aprovecha la forma y los desniveles para ampliar las vistas, lo cual en un proyecto dinámico como el mío es importante y debe ser tomado ya que pretenderé dar el énfasis del movimiento en cualquier espacio.

Actualmente el parque La Pinera se encuentra en buen estado, pero no es del otro suficiente ya que carece de servicios y mejor ubicación de los mismos, en mi proyecto se implementarán los servicios en lugares apropiados para que los desplazamientos de la gente sean más cortos o lógicos, así mismo, el buen estado del parque funciona por lo práctico de su diseño, y que el personal con que cuenta, da mantenimiento constante para la buena imagen del mismo.


Dentro de este proyecto, la parte más importante es el área de juegos infantiles, la cual no está completamente diseñada y los materiales de los juegos no son los indicados para el uso intemperie que tienen.

**Localización:**  
**IMJUDE**  
Calle Oaxaca y Calle Chiapas.  
Fraccionamiento Molino de Parras,  
Morelia, Mich.

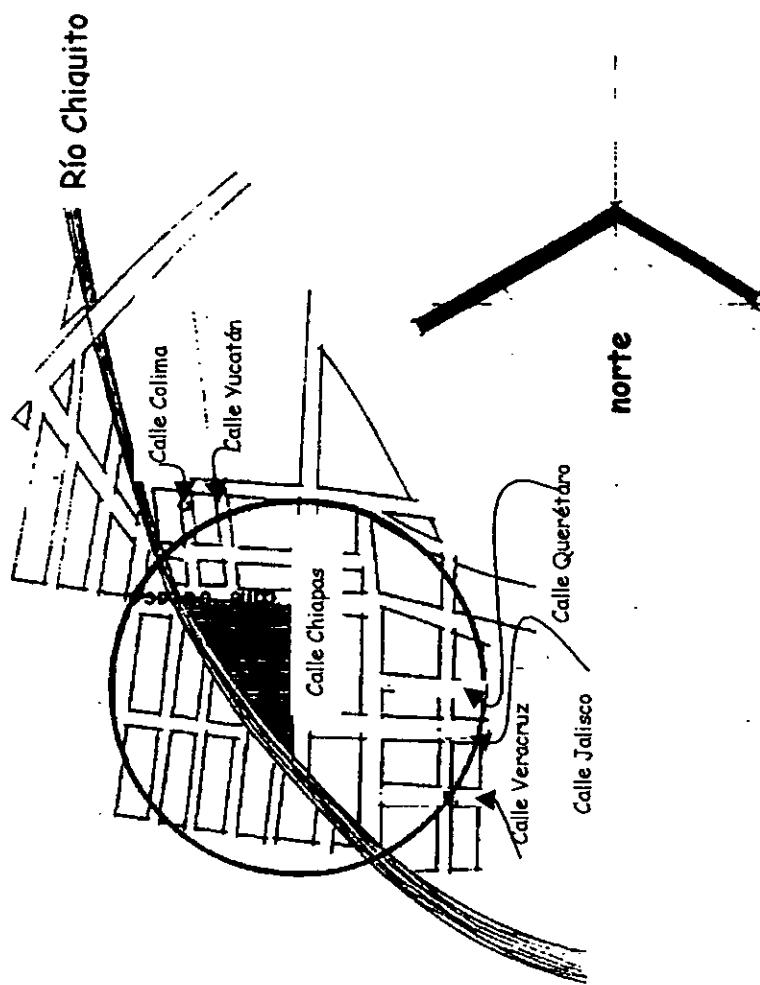

## Planta de conjunto

Terreno cedido  
 $A = 2,004.00 \text{ m}^2$

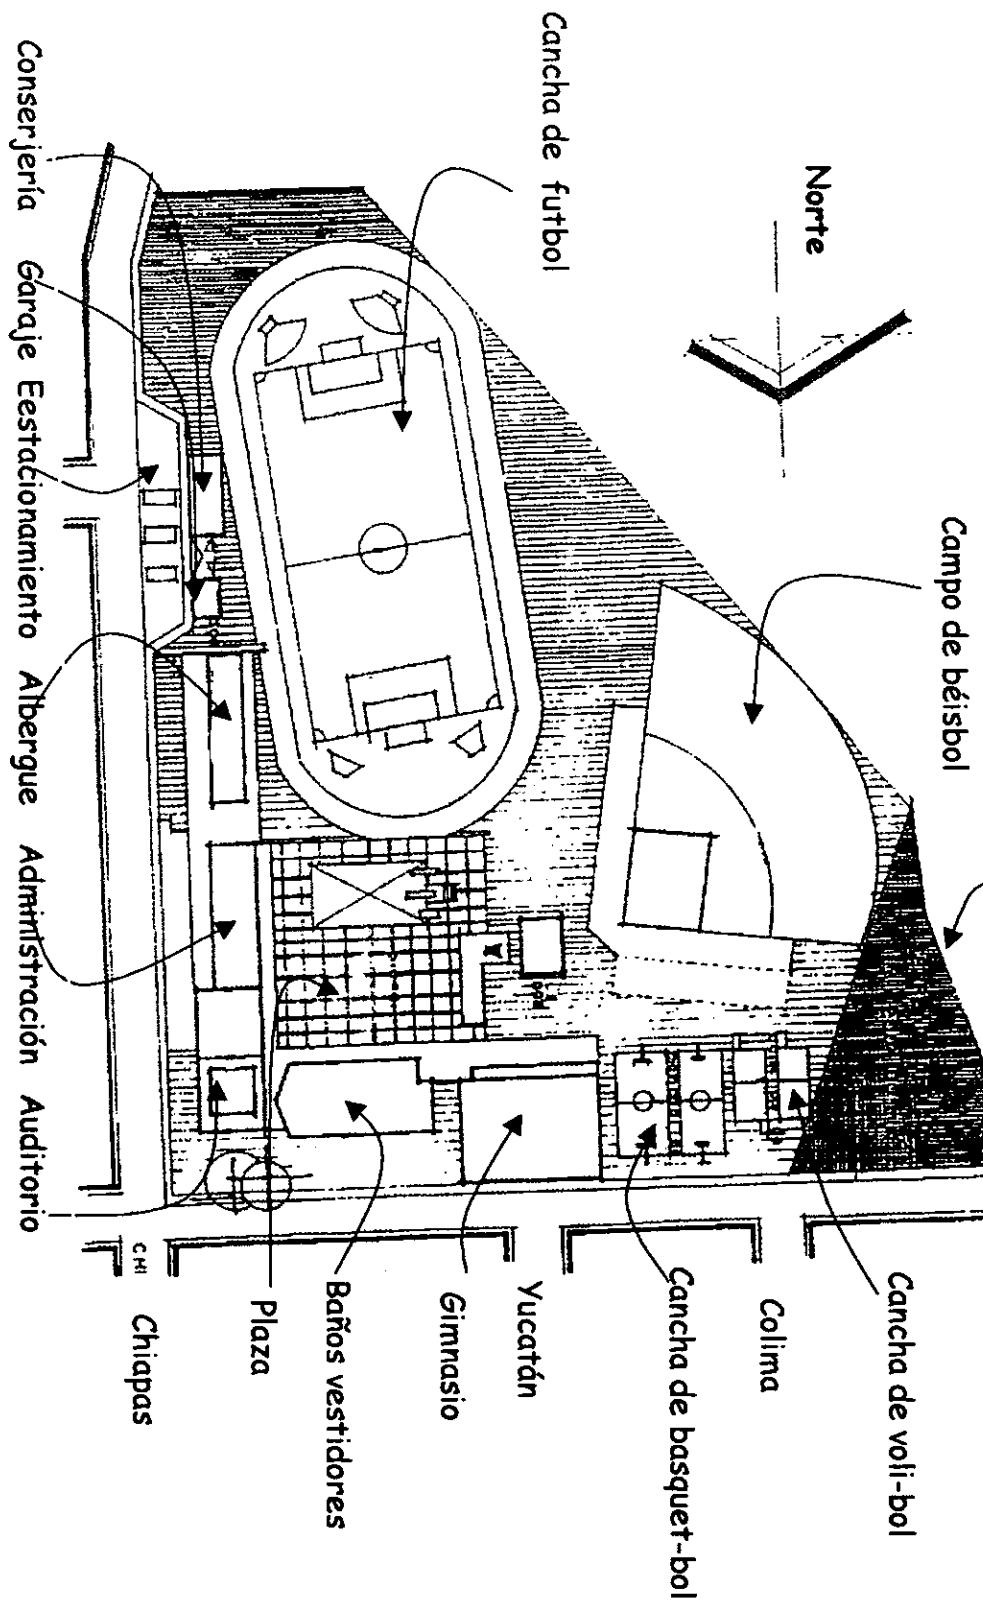

### **Conclusiones:**

En este segundo sistema estudiado se observó que la institución cuenta con las instalaciones y equipo apropiado para que la juventud desarrolle algún tipo de ejercicio, pero la asistencia a este centro es menor de la capacidad que puede albergar la institución debido a falta de promoción por parte de directores, además que los profesores de educación física que imparten una clase son pocos y no cuentan con la preparación adecuada.

Esta institución está abierta a todo el público y se puede aprovechar de este sistema el estudio de sus instalaciones, programas y equipos.


### **SISTEMAS ANALÓGOS: TRES CENTRO VACACIONAL DE OAXTEPEC**

Arquitecto Armando Deffis Caso

#### **Locales:**

|  |                       |
|--|-----------------------|
| Estacionamiento. 3328 cajones                | Vía para mototren.    |
| Instalaciones para congresos y convivencias. | Estadio               |
| Teatro al aire libre.                        | Albergues             |
| Cabañas                                      | Hotel                 |
| Mercado de autoservicio                      | Mercado de artesanías |
| Casino                                       | Cafetería             |
| Dos albercas                                 | Boliche               |
| Cine de 270° de visibilidad                  | Museo de artesanías   |


# **LO FÍSICO**

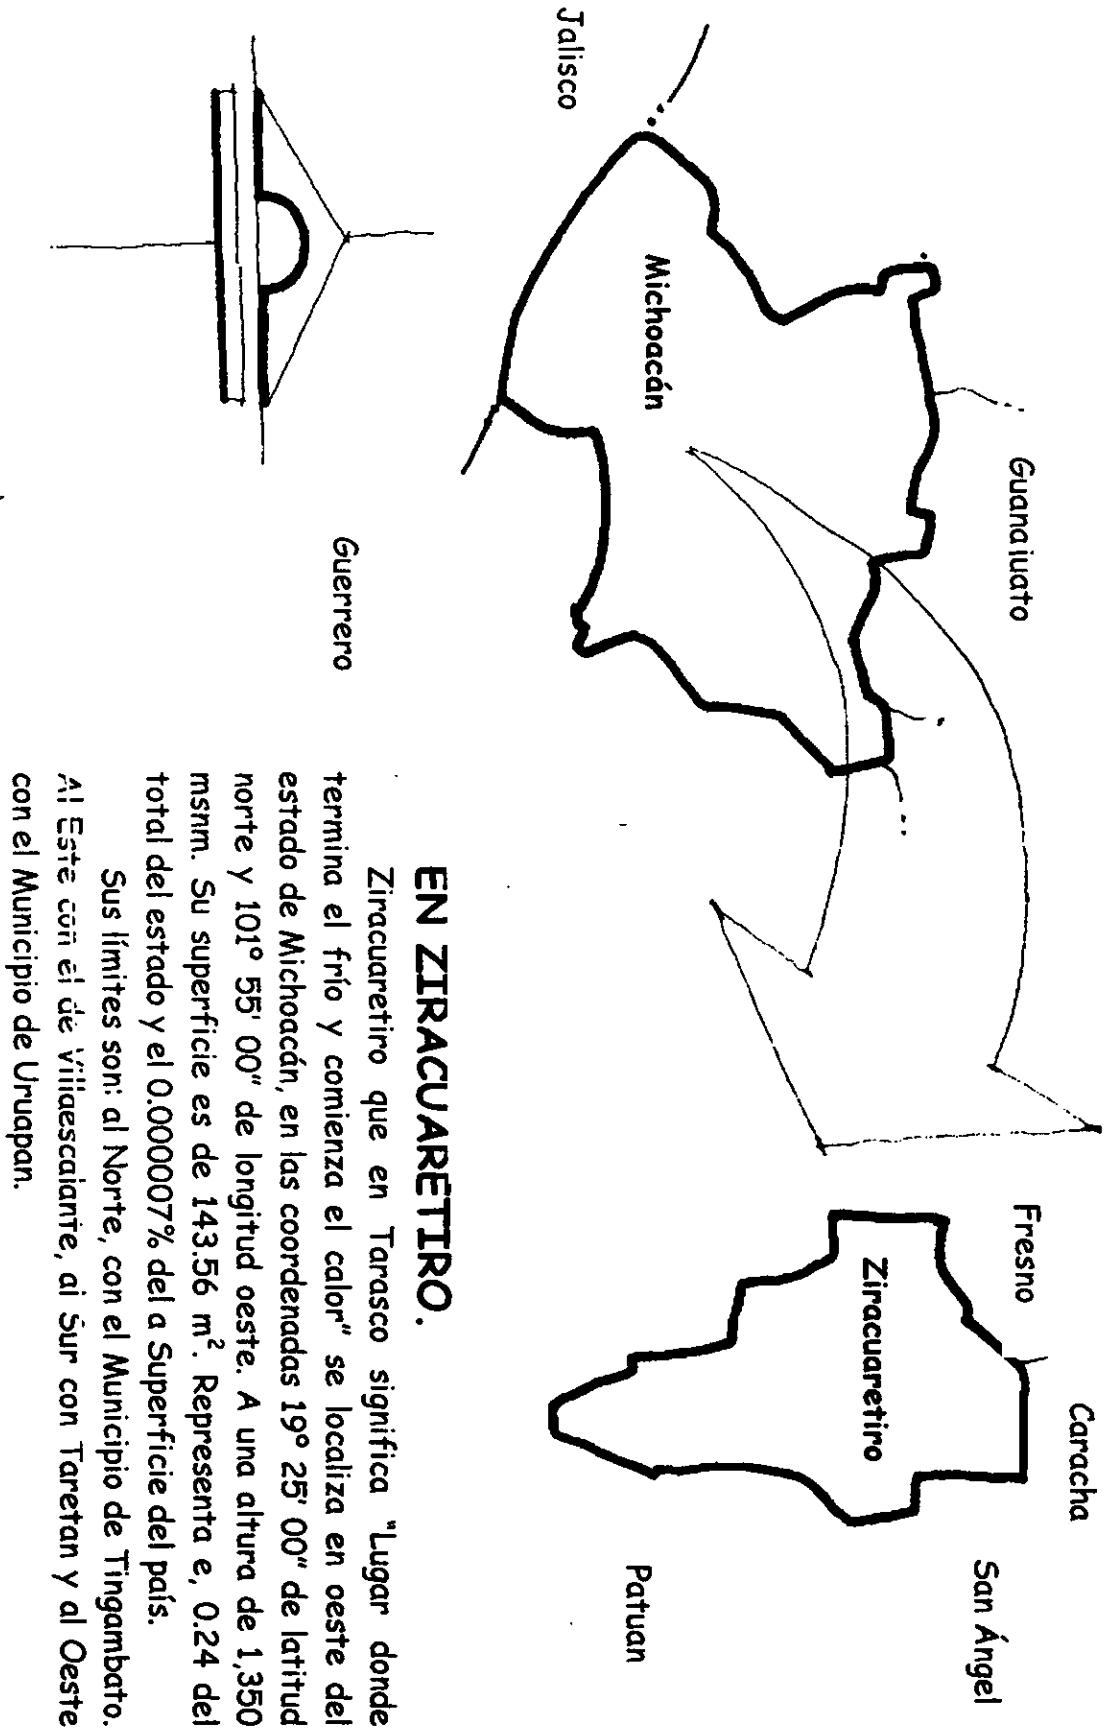

**El Municipio de Ziracuaretiro se divide en 13 localidades siendo la localidad de Ziracuaretiro la cabecera municipal. Las 13 localidades son:**


1. Ziracuaretiro
2. Angachuen
3. Caracha
4. Cienega
5. El Copal
6. El Fresno
7. El Mesón
8. Los Naranjos
9. Patuán
10. San Andrés Coru
11. Ziraspen
12. San Ángel
13. Zirimícuaro

**Municipio de Ziracuaretiro**

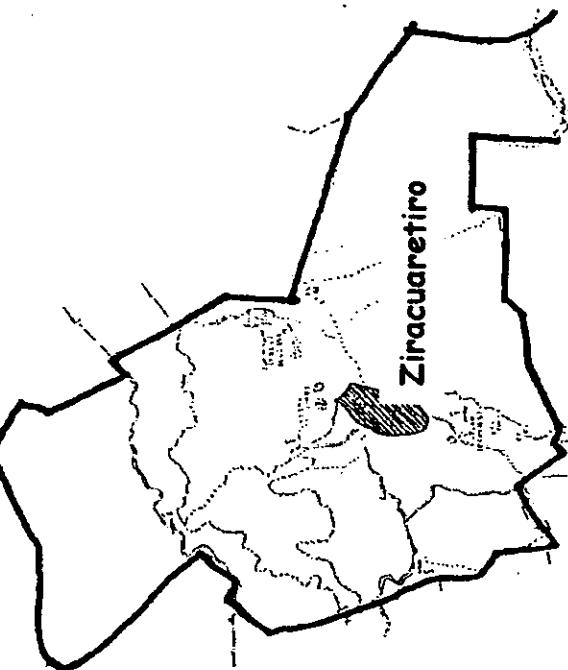


**Ziracuaretiro se ubica en una situación central dentro del Municipio, por lo que es un sitio de convergencia rural.**

Vientos dominantes

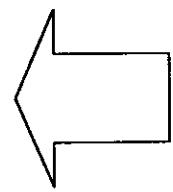


3 m/seg Norte  
101° 56'

Invierno 42° 24'

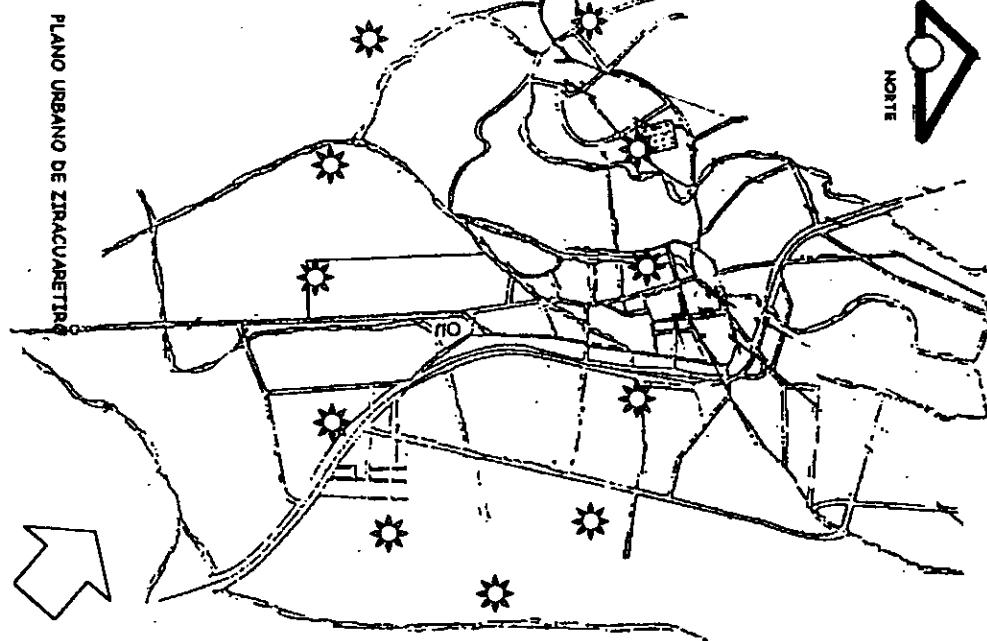

Vientos dominantes  
3 m/seg

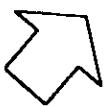


Verano  
19° 25'

## CONCLUSIÓN


Responder en la construcción en base a los principales afectantes naturales como son:

### ESPACIOS.

solares y propician un cambio de textura y ambiente.

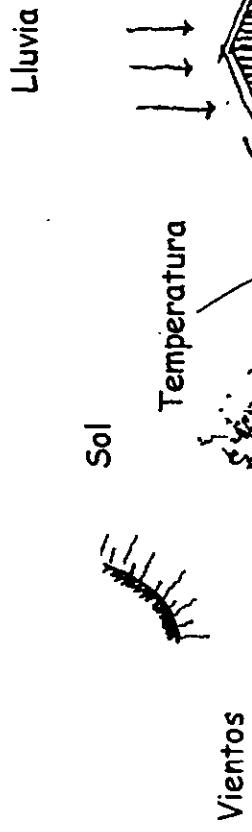

- Captación y utilización de lluvias.
  - Utilización de protecciones y barreras naturales.
  - Manejo de materiales y alturas de más de 4.00 m para crear espacios frescos.
- PAVIMENTOS.
- Utilización de materiales filtrantes como tezontles, camas de arena y adocetros que ayudan a la no reflexión de los rayos



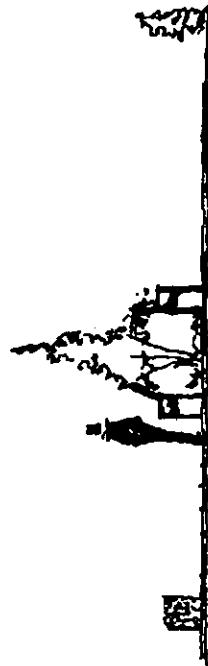


LO SOCIAL

## ANALISIS COMUNITARIO

Según datos del censo de 1990 en el estado de Michoacán, se registro una población de 3,534,042 habitantes y dentro del municipio de Ziracuaretiro se tiene un registro de 10,839 habitantes. Y en la cabecera se tiene un registro de 2,589 habitantes.


Actualmente se tienen datos más recientes, que van a mostrar una comparativa de incremento demográfico los datos son del censo de 1995 y son en el estado de Michoacán 4,063,112 habitantes dentro del municipio de Ziracuaretiro 12,503 habitantes y en la cabecera del municipio 3,063 hab.

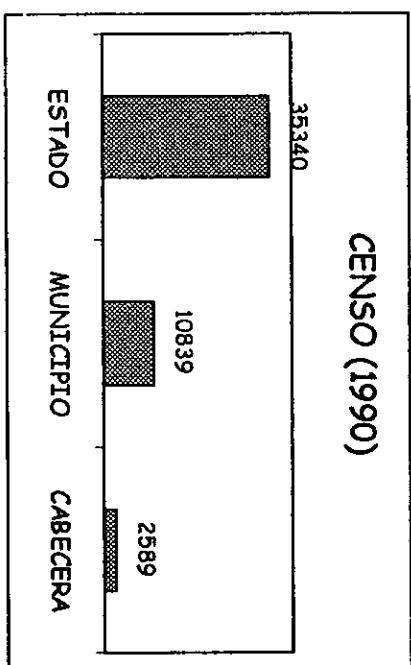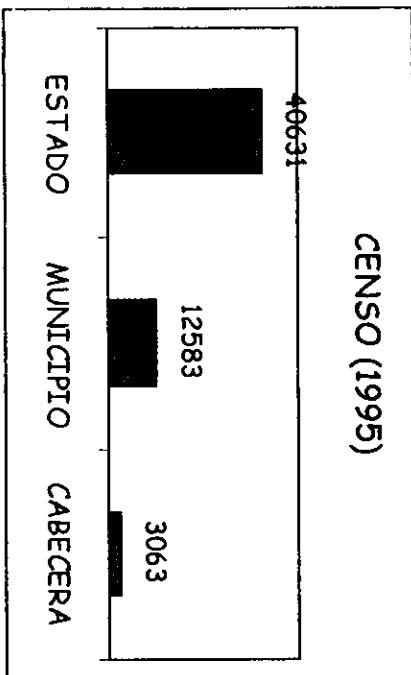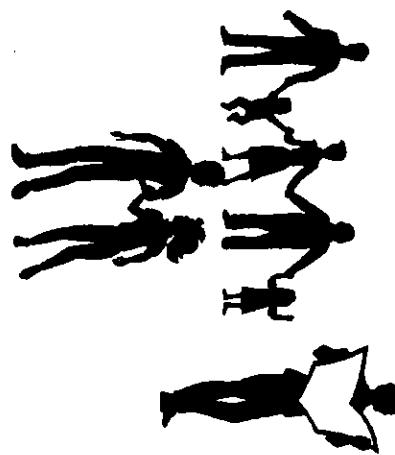


## ANALISIS DE ACTIVIDADES

Dentro del municipio en general destacan 2 actividades de gran importancia que la ganadera y agricultura, después siguen en orden de importancia, industria y mantenimiento y se tiene el siguiente dato.


- AGRICULTURA Y GANADERÍA 1902 HAB.
- INDUSTRIA Y MANTENIMIENTO 377 HAB.

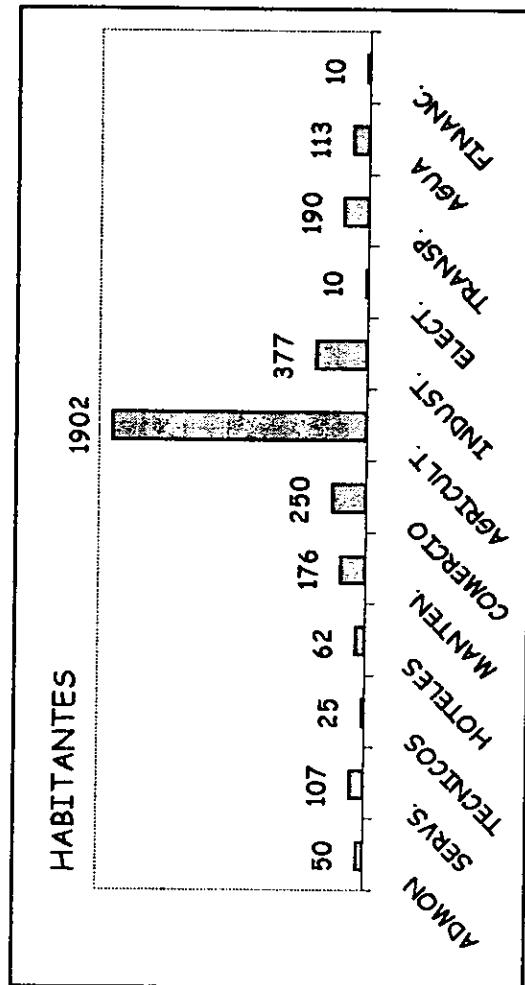


**PRINCIPAL TIPO DE PISO (censo 1995)**  
**TOTAL DE VIVIENDAS 1955**

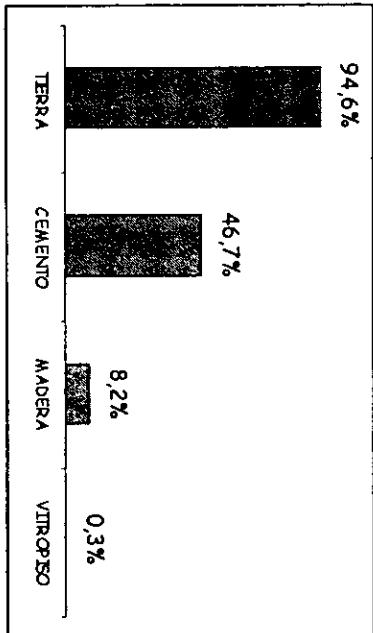


**PRINCIPAL MATERIAL EN TECHOS**  
**TOTAL 1955**

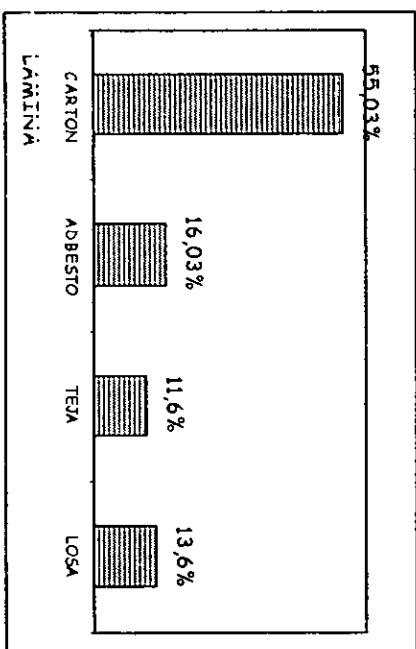

**DRENAJE EN VIVIENDAS**  
**(censo 1995)**

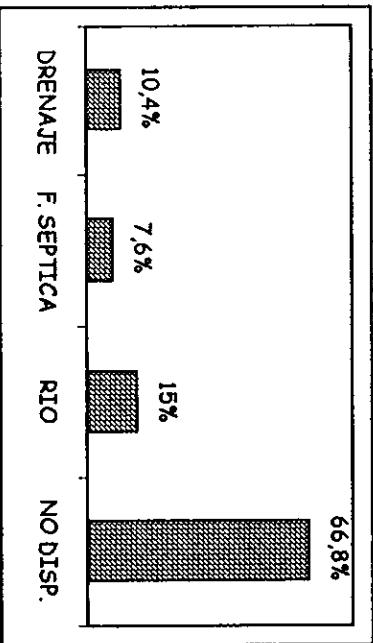

**DISPONIBILIDAD DE AGUA**  
**(censo 1995)**

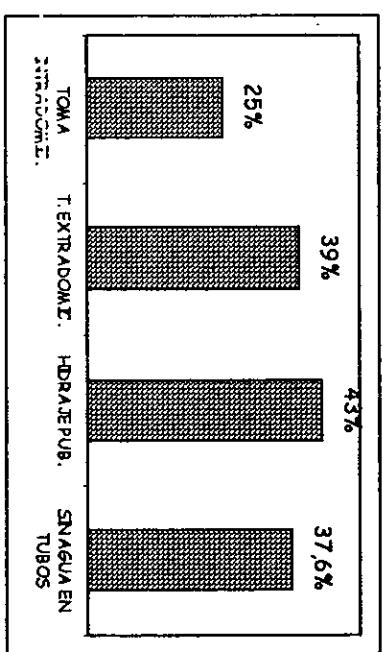


## ANALISIS DE CONSTRUCCION

Como se aprecia en algunas de las gráficas anteriores el poblado de Ziracuaretiro tiene características de un poblado rural, y se acentua mas al revisar los materiales empleados en la construcción en general, siendo los dominantes el adobe y el tabique con el block de concreto, que son relativamente más nuevos, el tabique se presenta como el de más uso por el hecho de que los hornos de Caltzonzin se encuentran más cercanos y la propia gente le tiene confianza a ese sistema constructivo en Ziracuaretiro. Otro dato importante es el material empleado en las cubiertas donde dominan las láminas pero el incremento en losas de concreto es apreciable recubiertos por teja de barro.

## ANALISIS DE INFRAESTRUCTURA

En el suministro de agua potable hace falta una adecuada combinación en el diámetro de tuberías, ya que presenta en algunas ocasiones fallas en el suministro y es porque durante su colocación se hicieron arbitrariedades para la colocación y tendido de las principales líneas del vital líquido, desgraciadamente no existen cobros del servicio y esto lo hace aun más inconsistente e irregular por la falta de registros que facilitarian la dotación de líquido a las diferentes zonas del pueblo.

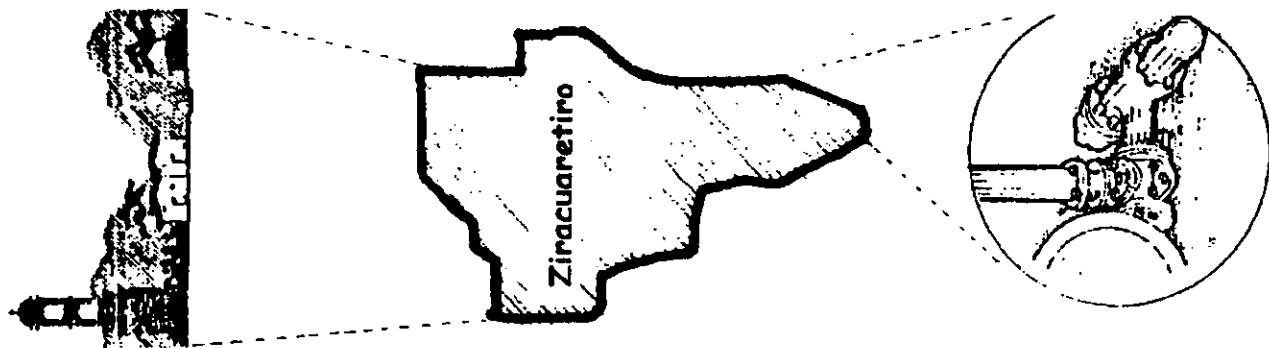


## ANALISIS DE INFRAESTRUCTURA

El drenaje, más de un cuarto toral de las viviendas tienen letrina que pueden contaminar mantos freáticos. Aquí también vemos arbitrariedades en el desalojo de aguas negras y grave contaminación en Arequias, en cuanto a la linea general de drenaje no se tiene un colector general que llegue a algún sitio de tratamiento si no por el contrario se desaloja directamente al río de Ziracuaretiro y al segundo río la Bruja por lo cual sería importante proponer una planta de tratamiento de aguas negras.

Energía eléctrica se presenta totalmente improvisada e irregular como siempre la ordenan la C.F.E. y en algunas zonas del centro falta iluminación pública.

Teléfono dentro del poblado ya se cuenta con servicio en su totalidad y se aprecia un nuevo funcionamiento.

T.V. en el pueblo se tiene una antena parabolica que se surte una señal a las antenas locales del pueblo aumentando la señal de cada antena.

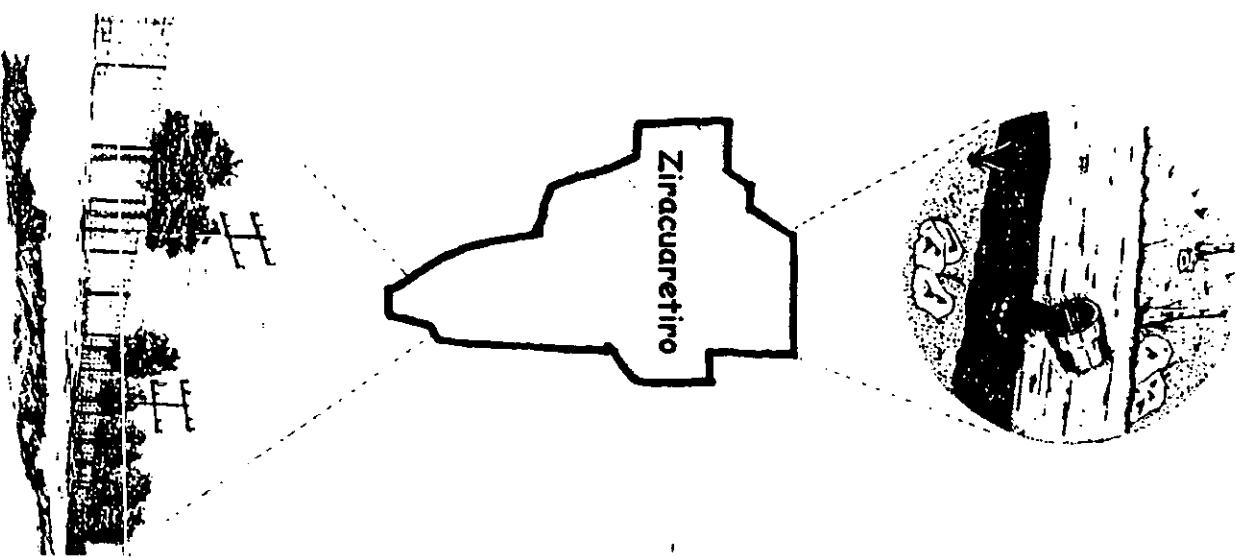

## Conclusión social.


- De las actividades de la población.  
La población económicamente activa es menor que la inactiva, ya que, ésta forma parte de la mitad de la población y actualmente es más de la mitad por lo que es importante reactivar nuevas zonas de producción agrícola, ya que es un pueblo que se ocupa del campo, así mismo hacer nuevas zonas de pequeña industria y el comercio de media a alta escala. Como puede ser la crianza de gallinas y la industria huarachera se amplíe.

Se ve un fuerte incremento en la natalidad, quizá por errores en censos pasados existiendo un promedio de 5 miembros por familia.

|                             |     |
|-----------------------------|-----|
| Natalidad en incremento     | 45% |
| Mortalidad en decrecimiento | 56% |

Esto nos repercute para considerar al poblado de Ziracuaretiro como uno en crecimiento con una buena organización social y administrativa competente, además de requerir nuevas expectativas en el campo deportivo que permitan el desarrollo de niños, jóvenes y adultos, que se muestran en aumento.


1. Zonas agrícolas
2. Zonas industriales
3. Zonas habitacionales
4. Zonas de comercio
5. Expectativas deportivas.

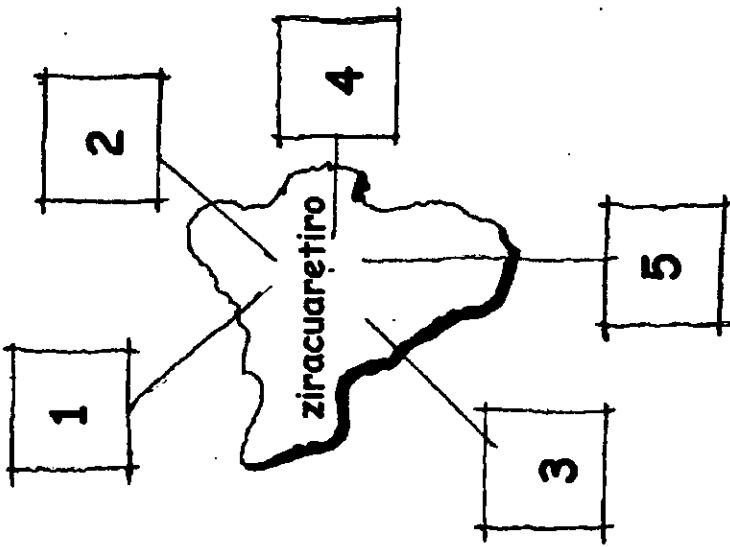

# LO FUNCIONAL

## DETERMINACIÓN DEL USUARIO.

Los usuarios son obtenidos en base a los sistemas análogos de la Unidad de Uruapan y a la propuesta de un proyecto más práctico y compacto para el poblado de Ziracuaretiro.

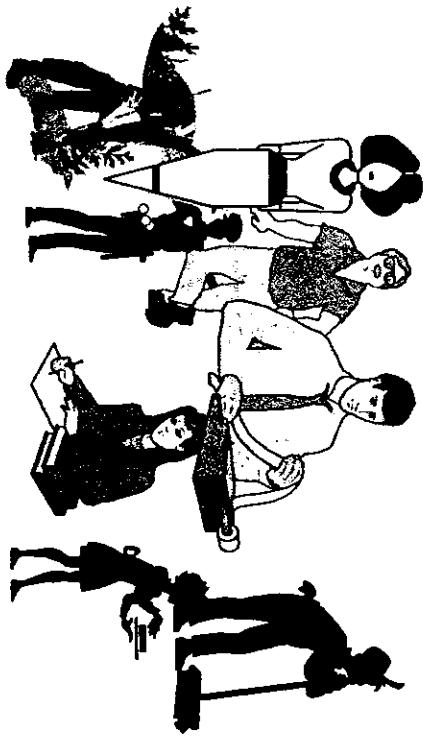


| Usuarios internos      | No. |
|------------------------|-----|
| Administrador          | 1   |
| Coordinador deportivo  | 1   |
| Secretaria             | 1   |
| Taquillera             | 2   |
| Afanador               | 3   |
| Jardinero              | 1   |
| Seguridad              | 1   |
| Empleada de cafetería. | 2   |

| Usuarios externos | No. |
|-------------------|-----|
| Jóvenes           | •   |
| Adultos           | •   |
| Ancianos          | •   |
| Proveedor         | •   |

## Análisis del usuario.


### Actividades

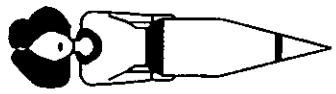

- Entra, checa su hora.
- Saca papeleo.
- Cobra entradas.
- Organiza dinero
- Entrega tickets.
- Come algo.
- Va al baño
- Nec. Fisiológicas.
- Hace corte de caja.
- Entrega papeleo.

Taquillera.


### Actividades

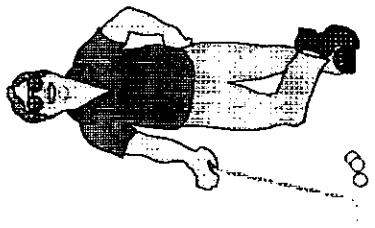

- Se estaciona.
- Checa hora de entrada.
- Organiza eventos.
- Entrega programas.
- Saca mat. Deportivo.
- Come frutas.
- Da entrenamientos.
- Va al baño.
- Nec. Fisiológicas.
- Recoge material.
- Sale.

### Actividades

### Actividades

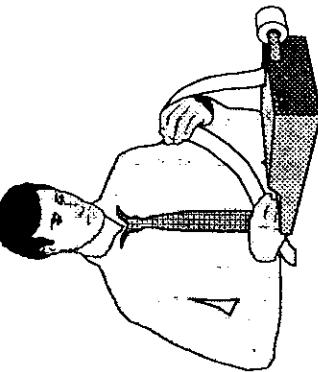

Administrador



Secretaria.

- Checa su ingreso.
- Organiza papeleo.
- Atiende administrador
- Platica con la taquillera
- Toma algo.
- Saca papeles.
- Archiva datos.
- Nec. Fisiológicas.
- Sale.

## Análisis del usuario.

### Actividades.

- Checa su hora de acceso

- Recoge sus llaves.

- Saca material de aseo.

- Barre.

- Recoge basura.

- Trapea.

- Da mantenimiento.

- Platica.

- Come algo.

- Nec. Fisiológicas.

- Guarda material.

- Termina.

### Actividades.

- Checa su acceso.

- Saca su material.

- Arregla áreas verdes.

- Recoge basura.

- Da mantenimiento.

- Platica.

- Nec. Fisiológicas.

- Guarda material.

- Termina.

### Actividades.

- Checa su hora de acceso

- Recoge sus utensilios.

- Se lava las manos.

- Prepara comidas.

- Saca frutas y verduras.

- Lava trastos.


- Limpia mesas.

- Come.

- Descansa.

- Nec. Fisiológicas.

- Sale.

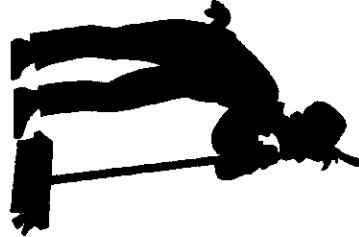

- Actividades**
- Llega checa acceso
  - Deja su almuerzo.
  - Recoge su material.
  - Organiza ronda.
  - Se pone de vigía.
  - Observa a la gente.
  - Camina.
  - Come.
  - Nec. Fisiológicas.
  - Descansa
  - Sale.



Empleada de  
comercios

Seguridad

- Nec. Fisiológicas.
- Descansa
- Sale.

## Análisis del usuario (externo)

### Actividades.

- Compra su boleto.
- Entra.
- Va a ver jugar.
- S quita ropa.
- Camina observando.
- Come algo.
- Hace deporte.
- Nec. Fisiológicas.
- Toma agua.
- Se lava.
- Recibe clases.
- Termina.
- Sale.



Jóvenes

### Actividades.


- Llega con adultos.
- Compra su boleto.
- Va a jugar.
- Se divierte.
- Se recrea.
- Corre.
- Toma agua.
- Se lava.
- Nec. Fisiológicas.
- Plática.
- Termina.

Niños




### Actividades.

- Compra su entrada.
- Entra.
- Observa las áreas.
- Camina.
- Platica.
- Come algo.
- Se sienta.
- Juegan.
- Nec. Fisiológicas.
- Toma agua.
- Sale.

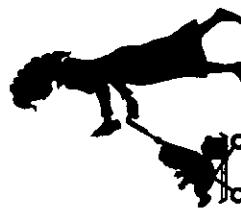


Adultos

## Usuarios

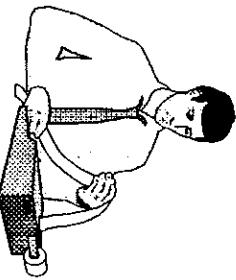

## Actividades

- ◆ Estacionarse.
- ◆ Administrar.
- ◆ Archivar papeles.
- ◆ Hablar con el personal.
- ◆ Tomar y comer refrigerio
- ◆ Necesidades fisiológicas.

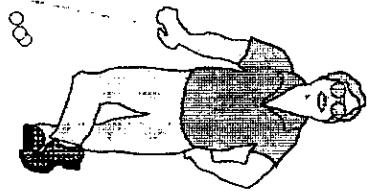

## Mobiliario y/o equipo.

- ◆ Escritorio.
- ◆ Calculadora.
- ◆ Silla.
- ◆ Archivero.
- ◆ Banco.
- ◆ Sillón.
- ◆ Sillas.
- ◆ Vasos.
- ◆ Platos.
- ◆ Mesas.
- ◆ Inodoro.
- ◆ Mingitorio.
- ◆ Lavamanos.

## Espacio/calidad.

- ◆ Oficina.
- ◆ Privada.
- ◆ Recepción.
- ◆ Pública.
- ◆ Cafetería.
- ◆ Pública.
- ◆ Oficina.
- ◆ Oficina.
- ◆ Oficinas.

## Ligas, requisitos.


- ◆ Estacionamiento.
- ◆ Público.
- ◆ Oficina.
- ◆ Servicios.
- ◆ Recepción.
- ◆ Cubículo.
- ◆ Oficina.
- ◆ Canchas.
- ◆ Oficinas.
- ◆ Oficinas.
- ◆ Canchas.
- ◆ Cafetería.
- ◆ Oficinas.
- ◆ Almacén.
- ◆ Cubículo.
- ◆ Oficina.
- ◆ Oficinas.
- ◆ Oficinas.
- ◆ Servicios.

**Coordinador deportivo.**

**Administrador.**


| <b>Usuarios.</b>  | <b>Actividades.</b>  | <b>Mobiliario y/o equipo.</b>   | <b>Espacio/calidad.</b>  | <b>Ligas, requisitos.</b>   |
|---|--|---|--|---|
|    | <ul style="list-style-type: none"> <li>◆ Jugar, correr.</li> <li>◆ Recibir clínicas.</li> <li>◆ Tomar agua.</li> </ul> | <ul style="list-style-type: none"> <li>◆ Balones.</li> <li>◆ Redes.</li> <li>◆ Caminamientos.</li> <li>◆ Mat. Deportivo.</li> <li>◆ Bebedero.</li> <li>◆ Comer y tomar un refrigerio.</li> <li>◆ Necesidades fisiológicas.</li> <li>◆ Cambiarse.</li> <li>◆ Jugar.</li> </ul> | <ul style="list-style-type: none"> <li>◆ Canchas.</li> <li>◆ Basquetbol.</li> <li>◆ Volibol.</li> <li>◆ Fútbol.</li> <li>◆ Públicas.</li> <li>◆ Canchas.</li> <li>◆ Públicas.</li> <li>◆ Bebedero.</li> <li>◆ Mesas.</li> <li>◆ Vasos, platos.</li> <li>◆ Inodoro.</li> <li>◆ Lavamanos.</li> <li>◆ Mingitorio.</li> <li>◆ Percheros.</li> <li>◆ Bebederos.</li> <li>◆ Resbaladilla.</li> <li>◆ Caracoles.</li> <li>◆ Troncones.</li> <li>◆ Etc.</li> <li>◆ Bebedero.</li> <li>◆ Áreas verdes.</li> <li>◆ Tomar agua.</li> <li>◆ Corre.</li> </ul> | <ul style="list-style-type: none"> <li>◆ Canchas.</li> <li>◆ Área de juegos.</li> <li>◆ Áreas verdes.</li> <li>◆ Canchas.</li> <li>◆ Área de juegos.</li> <li>◆ Áreas verdes.</li> <li>◆ Canchas.</li> <li>◆ Canchas.</li> <li>◆ Públicas.</li> <li>◆ Cafetería.</li> <li>◆ Pública.</li> <li>◆ Baños.</li> <li>◆ Privado.</li> <li>◆ Vestidores.</li> <li>◆ Baños.</li> <li>◆ Juegos infantiles.</li> <li>◆ Privado.</li> <li>◆ Juegos.</li> <li>◆ Canchas.</li> </ul> |
|  | Niños.   | <ul style="list-style-type: none"> <li>◆ Tomar agua.</li> <li>◆ Corre.</li> </ul>   | <ul style="list-style-type: none"> <li>◆ Áreas verdes.</li> </ul>  | <ul style="list-style-type: none"> <li>◆ Juegos.</li> <li>◆ Canchas.</li> </ul>   |

## Usuarios.

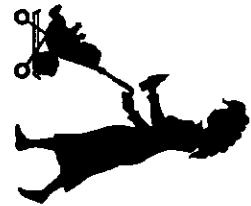



## Actividades.

| Mobiliario y/o equipo.     | Espacio/calidad.   | Liga, requisitos. |
|----------------------------|--------------------|-------------------|
| ♦ Circulación.             | ♦ Caminamiento.    | ♦ Abiertos.       |
| ♦ Bancas.                  | □ Público.         | ♦ Cubiertas.      |
| ♦ Jardineras.              | □ Pública.         |                   |
| ♦ Balones.                 | ♦ Canchas.         | ♦ Áreas verdes.   |
| ♦ Redes.                   | □ Pública.         | ♦ Cafetería.      |
| ♦ Topes.                   | ♦ Estacionamiento. | ♦ Acceso.         |
| ♦ Jardineras.              | □ Pública.         |                   |
| ♦ Isletas.                 |                    |                   |
| ♦ Estacionarse.            | ♦ Estacionamiento. | ♦ Acceso.         |
| ♦ Topes, etc.              | ♦ Acceso.          |                   |
| ♦ Abastecer.               | □ Público.         |                   |
| ♦ Barras y áreas de mesas. | ♦ Cafetería.       | ♦ Servicios.      |
| ♦ Caminamientos.           | □ Semipública.     | ♦ Baños.          |
| ♦ Diablitos.               | ♦ Bodega.          | ♦ Cafetería.      |
| ♦ Descargar.               | □ Privada.         |                   |

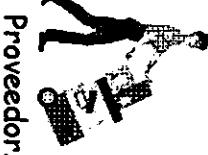


## Proveedor.

| Usuarios.                 | Actividades.   | Mobiliario y/o equipo.  | Espacio/calidad.   | Ligas, requisitos  |
|---------------------------|--|---|--|--|
| Cobrdr, checar el acceso. | ◆ Cobrdr, checar el acceso.<br>◆ Contar el dinero.<br>◆ Corte de caja.<br>◆ Tomar y comer un refrigerio. | ◆ Cajón.<br>◆ Silla.<br>◆ Barra.<br>◆ Ventanilla.<br>◆ Barra.<br>◆ Cajón registradora.<br>◆ Mesas.<br>◆ Platos, vasos.<br>◆ Cajón registradora.<br>◆ Barra. | ◆ Taquilla.<br>□ Público.  | ◆ Recepción.<br>◆ Oficinas.<br>◆ Cubículo.   |
| Taquillera.               |  | ◆ Barra.<br>◆ Cajón registradora.<br>◆ Mesas.<br>◆ Platos, vasos.<br>◆ Cajón registradora.<br>◆ Barra.  | ◆ Taquilla.<br>□ Privada.<br>◆ Cafetería.<br>□ Pública.<br>◆ Taquilla.<br>◆ Barra. | ◆ Oficinas.<br>◆ Cubículo.<br>◆ Canchas.<br>◆ Servicios.<br>◆ Oficinas.<br>◆ Cubículo. |
| Secretaria.               | ◆ Organizar papeleo.<br>◆ Atender al personal.<br>◆ Dar citas.   | ◆ Papelería.<br>◆ Archivero.<br>◆ Gabinetas.<br>◆ Sillas.<br>◆ Sillón.<br>◆ Escritorio.<br>◆ Escritorio.<br>◆ Teléfono.                                     | ◆ Recepción.<br>□ Semipública.   | ◆ Oficinas.<br>◆ Cubículo.   |

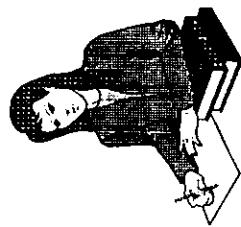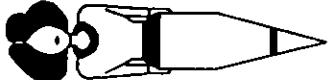

## Usuarios.

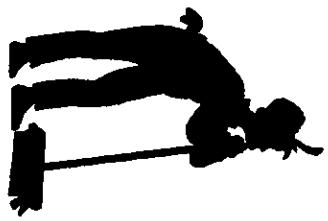

## Actividades.

| Actividades.                 | Mobiliario y/o equipo. | Espacio/calidad.     | Liga, requisitos.   |
|------------------------------|------------------------|----------------------|---------------------|
| ♦ Recoger las llaves, abrir. | ♦ Repisas.             | ♦ Bodega.            | ♦ Bodegas.          |
| ♦ Sacar material.            | ♦ Clóset.              | ♦ Semiprivado.       | ♦ Acceso principal. |
| ♦ Asear, limpiar sus áreas.  | ♦ Escobas.             | ♦ Todos.             | ♦ Bodegas.          |
| ♦ Limpiar sus materiales.    | ♦ Sacudidores.         | ♦ Acceso.            | ♦ Acceso.           |
| ♦ Dar mantenimiento.         | ♦ Traperos.            | ♦ Todos.             | ♦ Todos.            |
|                              | ♦ Lavaderos.           | ♦ Patio de servicio. |                     |
|                              | ♦ Tarjas.              | ♦ Semiprivado.       | ♦ Almacén.          |
|                              | ♦ Clóset.              | ♦ Bodega.            | ♦ Bodegas.          |
| ♦ Herramientas de acero.     | ♦ Semiprivada.         | ♦ Almacén.           | ♦ Almacén.          |
|                              | ♦ Patio de servicio.   | ♦ Acceso.            | ♦ Acceso.           |
| ♦ Vigilar.                   | ♦ Sillas.              | ♦ Casetas.           | ♦ Bodegas.          |
| ♦ Hacer rondas.              |                        | ♦ Privada.           | ♦ Acceso.           |
| ♦ Descansar.                 | ♦ Sillas.              | ♦ Todos.             | ♦ Estacionamiento.  |
|                              | ♦ Clóset.              | ♦ Caseta.            | ♦ Acceso.           |
|                              |                        | ♦ Privada.           | ♦ Estacionamiento.  |
|                              |                        | ♦ Todos.             | ♦ Acceso.           |
|                              |                        | ♦ Acceso.            | ♦ Estacionamiento.  |
|                              |                        | ♦ Acceso.            | ♦ Acceso.           |

Seguridad.




| <b>Usuarios</b>   | <b>Actividades</b>  | <b>Mobiliario y/o equipo.</b>  | <b>Espacio/calidad.</b>  | <b>Liga, requisitos.</b>   |
|---|---|--|--|--|
|    | <ul style="list-style-type: none"> <li>◆ Arreglo de áreas verdes.</li> <li>◆ Escobas.</li> <li>◆ Palas.</li> <li>◆ Tijeras.</li> <li>◆ Carretilla.</li> <li>◆ Mangueras.</li> </ul>   | <ul style="list-style-type: none"> <li>◆ Áreas verdes.</li> <li>◆ Fertilizantes.</li> <li>◆ Artículos de jardinería.</li> <li>◆ Servir comidas y bebidas.</li> <li>◆ Estufa.</li> <li>◆ Cobrar.</li> <li>◆ Limpiar cafetería.</li> </ul>   | <ul style="list-style-type: none"> <li>◆ Canchas.</li> <li>□ Público.</li> <li>◆ Áreas verdes.</li> <li>□ Públicas.</li> <li>◆ Acceso.</li> <li>□ Público.</li> <li>◆ Cafetería.</li> <li>◆ Caja registradora.</li> <li>◆ Barra.</li> <li>◆ Cafetería.</li> <li>◆ Escobas.</li> <li>◆ Traperos.</li> <li>◆ Toallas.</li> </ul> | <ul style="list-style-type: none"> <li>◆ Sus propias áreas.</li> <li>◆ Sus propias áreas.</li> <li>◆ Patio de servicio.</li> <li>◆ Bodega.</li> <li>◆ Servicios.</li> <li>◆ Bodega.</li> <li>◆ Servicios.</li> <li>◆ Bodega.</li> <li>◆ Cafetería.</li> <li>◆ Pública.</li> <li>◆ Bodega.</li> <li>◆ Almacén.</li> <li>◆ Cafetería.</li> </ul> |
|   | <ul style="list-style-type: none"> <li>◆ Guardar material.</li> <li>◆ Guardar alimentos.</li> <li>◆ Refrigerador.</li> <li>◆ Mesa o barra.</li> <li>◆ Cobrar.</li> <li>◆ Limpieza de la cafetería.</li> <li>◆ Guardar frutas, comida y material.</li> </ul> | <ul style="list-style-type: none"> <li>◆ Mangueras.</li> <li>◆ Sillas.</li> <li>◆ Mesas.</li> <li>◆ Platos, vasos.</li> <li>◆ Estufa.</li> <li>◆ Refrigerador.</li> <li>◆ Mesa o barra.</li> <li>◆ Caja registradora.</li> <li>◆ Barra.</li> <li>◆ Cafetería.</li> <li>◆ Toallas.</li> </ul> | <ul style="list-style-type: none"> <li>◆ Estacionamiento.</li> <li>□ Público.</li> <li>◆ Bodegas.</li> <li>◆ Cafetería.</li> <li>□ Pública.</li> <li>◆ Cafetería.</li> <li>□ Pública.</li> <li>◆ Cafetería.</li> <li>◆ Cafetería.</li> <li>□ Pública.</li> </ul>   | <ul style="list-style-type: none"> <li>◆ Sus propias áreas.</li> <li>◆ Patio de servicio.</li> <li>◆ Bodega.</li> <li>◆ Servicios.</li> <li>◆ Bodega.</li> <li>◆ Cafetería.</li> <li>◆ Pública.</li> <li>◆ Bodega.</li> <li>◆ Cafetería.</li> </ul>  |
|  |   |  |  |  |

# PATRONES


## PATRONES DE DISEÑO

| <u>OFICINA</u> |                    |
|----------------|--------------------|
| • Altura       | 3.00 mt.           |
| • Calidad      | pasiva             |
| • Ventilación  | oeste-natural      |
| • Iluminación  | oeste-natural-art. |
| • Mobiliario   | sillas, escritorio |
| • Área         | 9.00 $m^2$         |
| • Cupo máximo  | 3 usuarios         |

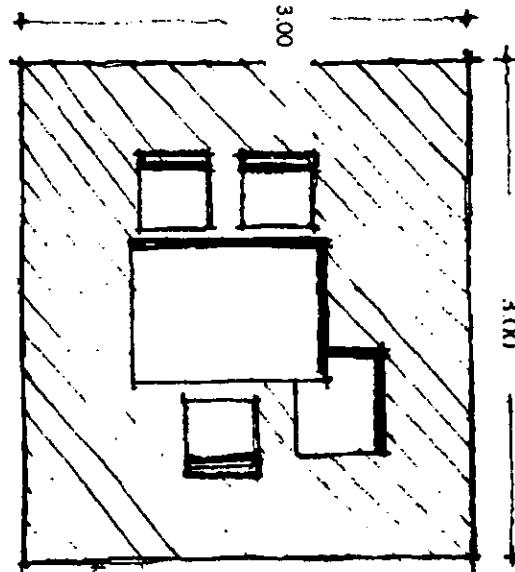

## ARCHIVO


|               |                                |
|---------------|--------------------------------|
| • Altura      | 3.00 mts.                      |
| • Calidad     | visual                         |
| • Ventilación | oeste-natural                  |
| • Iluminación | oeste-natural artificial: s.c. |
| • Mobiliario  | Archivos                       |
| • Área        | 3.60 $m^2$                     |
| • Cupo máximo | 1 persona                      |

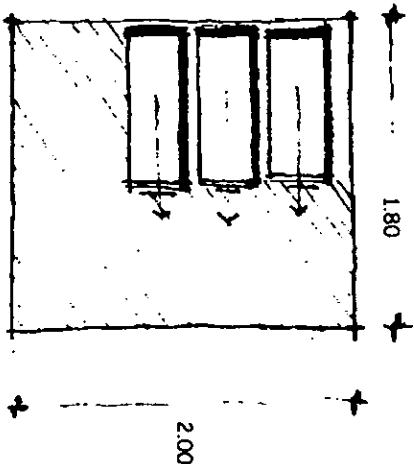

## PATRONES DE DISEÑO


### SECRETARIA

- Altura : 3.00
- Calidad : pasiva
- Ventilación : este-natural
- Iluminación : noreste, natural, artificial, s.c.
- Móvilario : escritorio, sillas
- Área : 8.75 m<sup>2</sup>
- Cupo máximo : 3 usuarios

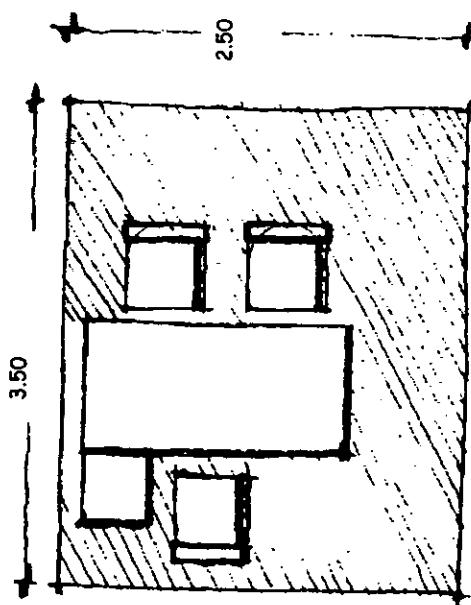


### ESPERA

- Altura : 3.00 mts.
- Calidad : pasiva
- Ventilación : este-natural
- Iluminación : noreste, natural, artificial, s.c.
- Móvilario : sillones
- Área : 8.75 m<sup>2</sup>
- Cupo máximo : 8 personas

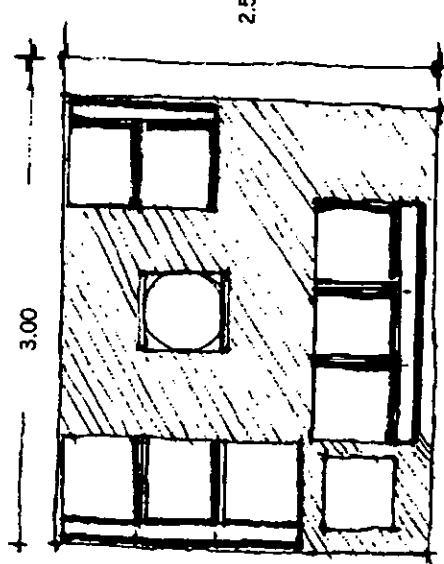


## PATRONES DE DISEÑO

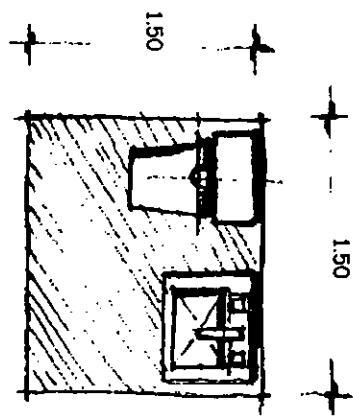

| <u>BAÑO</u>   |                        |
|---------------|------------------------|
| • Altura      | : 2.50 a 3.00 mts.     |
| • Calidad     | : limpia               |
| • Ventilación | : oeste-natural        |
| • Iluminación | : oeste, natural.      |
| • Móvilario   | : inodoro y lavabo     |
| • Área        | : 2.25 mt <sup>2</sup> |
| • Cupo máximo | : 1 personas           |

## PATRONES DE DISEÑO

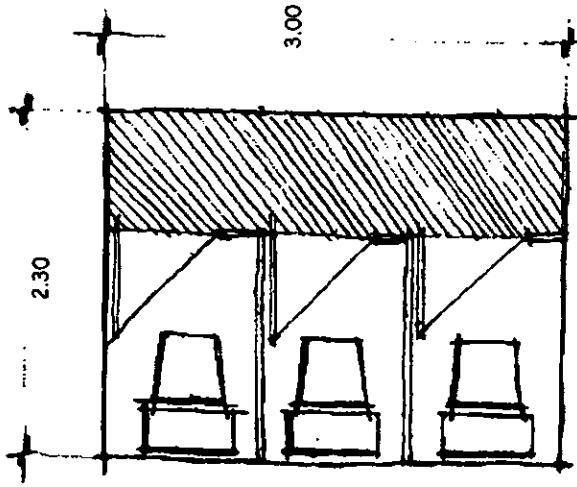


### BATERIA DE BAÑOS


- Altura : 3.00 mts.
- Calidad : limpieza
- Ventilación : nor-oeste
- Iluminación : nor-oeste
- Mobiliario : inodoros
- Área : 9.90 mt<sup>2</sup>
- Cupo máximo : 3 personas

### BATERIA DE LAVABOS


- Altura : 3.00 mts.
- Calidad : pureza
- Ventilación : nor-oeste
- Iluminación : natural, nor-oeste art.
- Mobiliario : lavabos
- Área : 4.25 mt<sup>2</sup>
- Cupo máximo : 3 personas

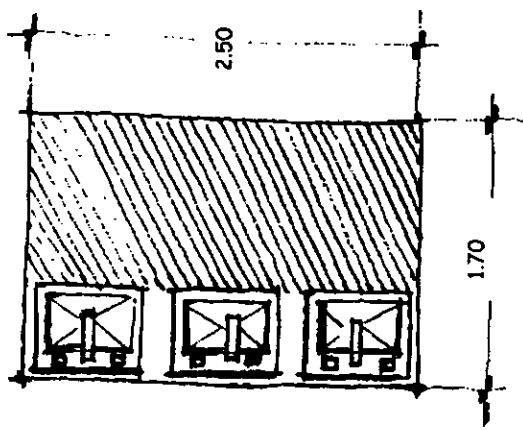

## PATRONES DE DISEÑO

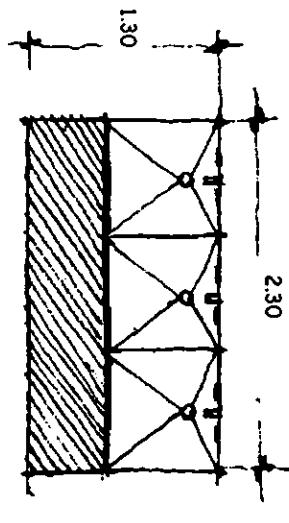


| <u>DUCHAS</u> |                       |
|---------------|-----------------------|
| • Altura      | : 3.00 mts.           |
| • Calidad     | : limpieza            |
| • Ventilación | : sur-este            |
| • Iluminación | : sur-este, natural   |
| • Mobiliario  | : regaderas           |
| • Área        | : $2.99 \text{ mt}^2$ |
| • Cupo máximo | : 3 personas          |

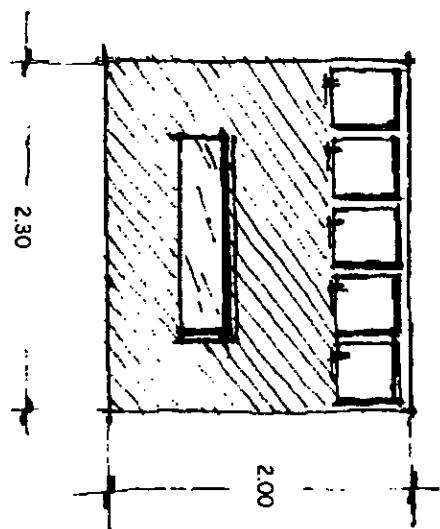

## VESTIDORES

|               |                                 |
|---------------|---------------------------------|
| • Altura      | : 3.00 mts.                     |
| • Calidad     | : limpieza, pureza              |
| • Ventilación | : sur-este                      |
| • Iluminación | : natural, sur-este artificial. |
| • Mobiliario  | : lockets y bancas              |
| • Área        | : $4.6 \text{ mt}^2$            |
| • Cupo máximo | : 5 personas                    |

## PATRONES DE DISEÑO

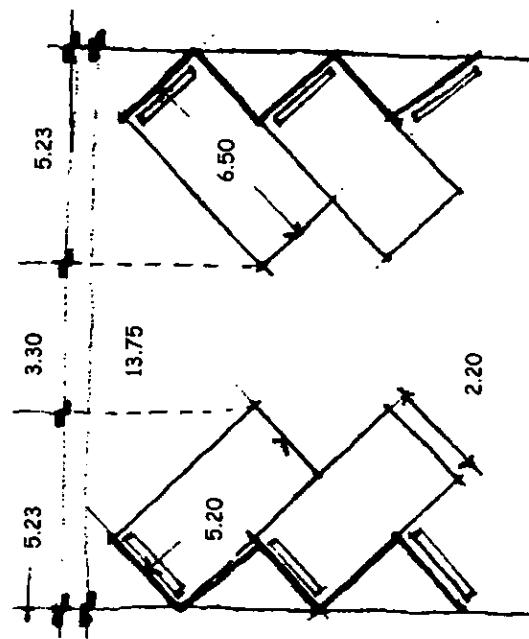


### CAJONES

- Altura : apertura
- Calidad
- Ventilación
- Iluminación
- Móvilario
- Área
- Cupo máximo : 4 autos

### BODEGAS


- Altura : 3.00 mts.
- Calidad
- Ventilación
- Iluminación
- Móvilario
- Área
- Cupo máximo : 1 personas

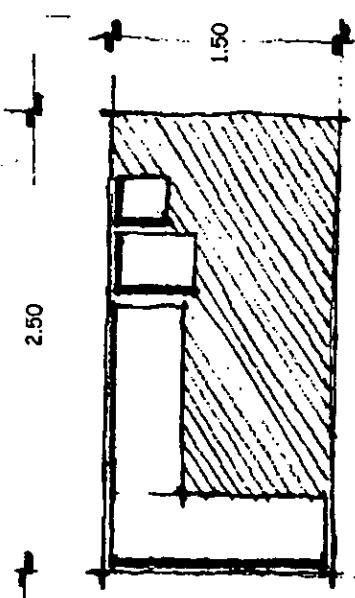

## PATRONES DE DISEÑO

### COCINA


- Altura : 3.00 a 3.50 mts.
- Calidad : higiene
- Ventilación : norte-este
- Iluminación : artificial, nat., norte-este
- Mobiliario : alacenas, refrigerador, estufa, barra, tarja
- Área : 19.20 mt<sup>2</sup>
- Cupo máximo : 6 personas

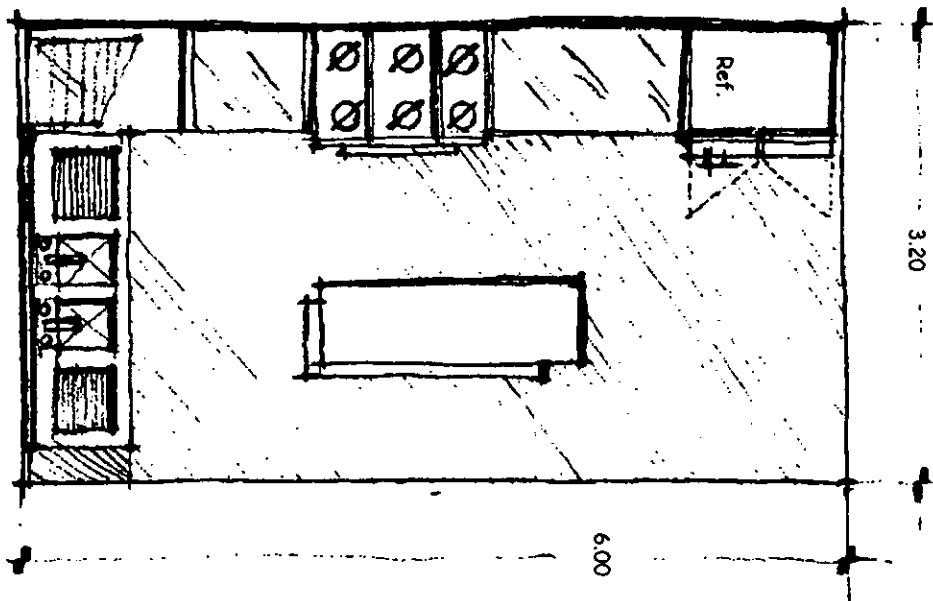

## PATRONES DE DISEÑO


### ÁREA DE COMENSALES

- Altura : 3.50 mts.
- Calidad : pasiva, visual
- Ventilación : sur-este
- Iluminación : natural, sur-este, art. s.c. gabinetes
- Mobiliario : mesas, sillas
- Área :  $13.50\text{m}^2$
- Cupo máximo : 8 personas

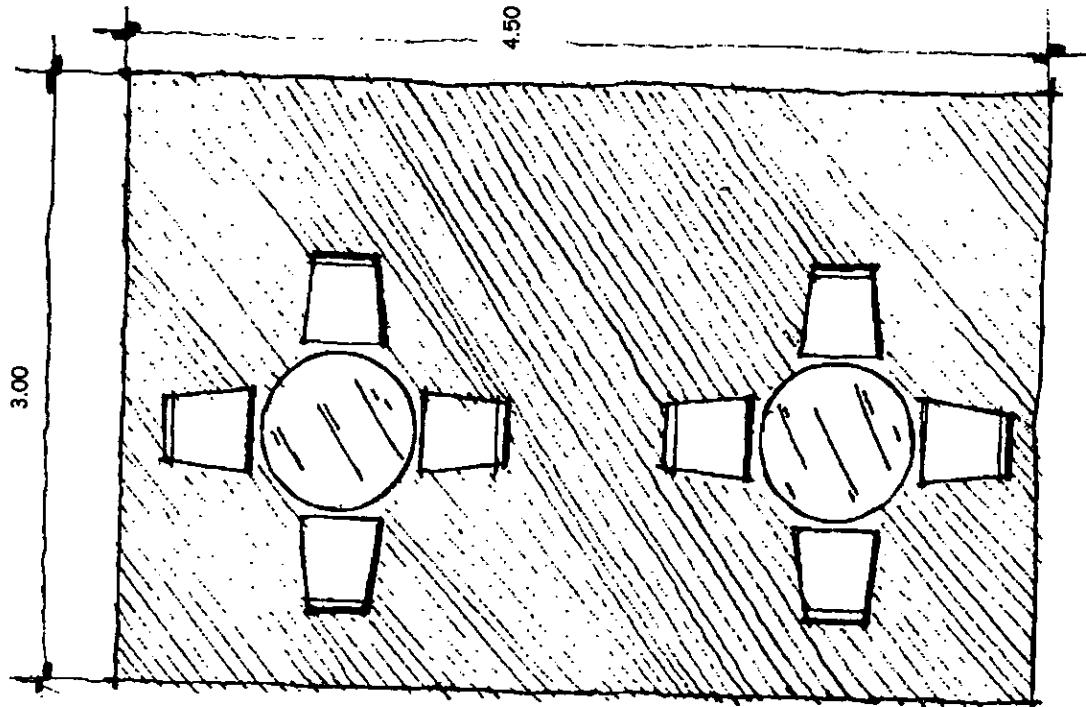

## PATRONES DE DISEÑO


Instalaciones deportivas

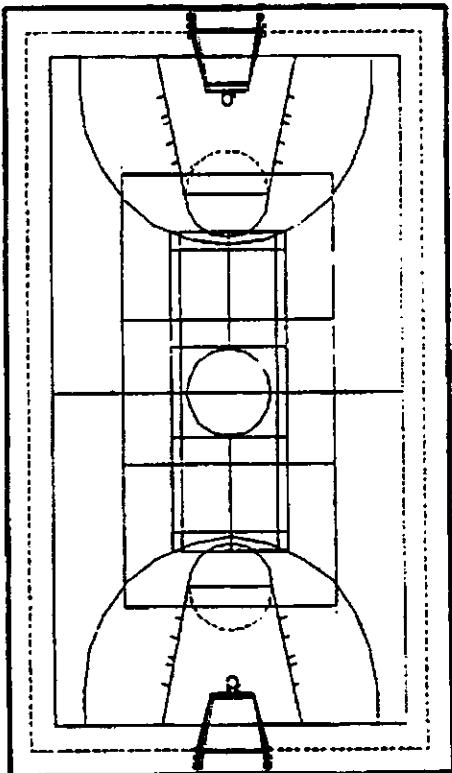


Cancha de Usos Múltiples

## PATRONES DE DISEÑO

### Planta de conjunto

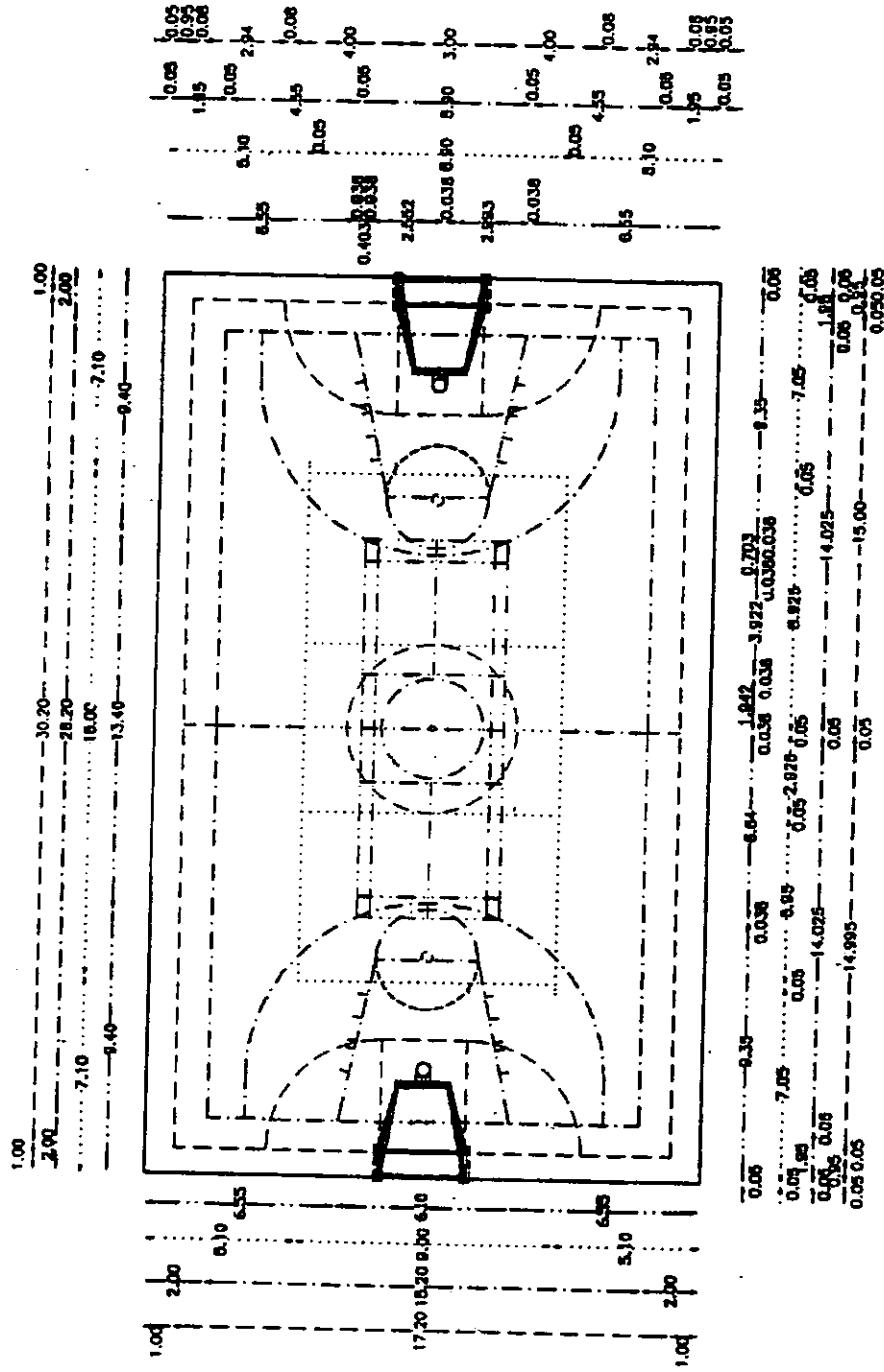

## PATRONES DE DISEÑO

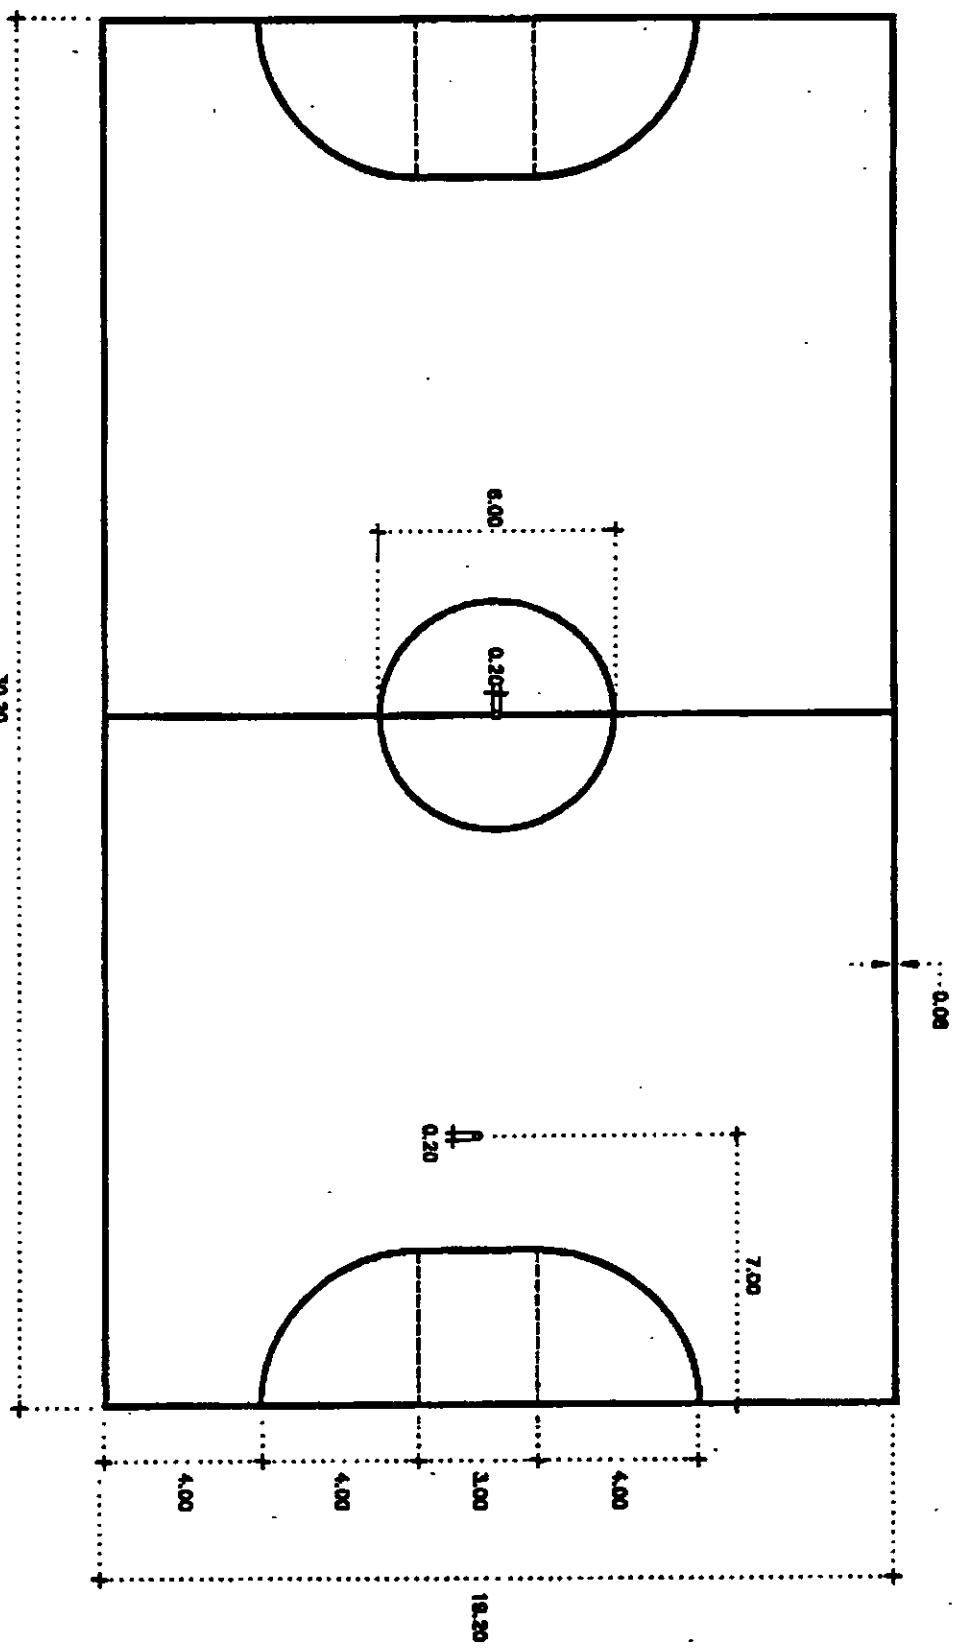


Fútbolito


BIBLIOTECA  
ESTADÍSTICA  
DE LA  
UNIVERSIDAD

# B a s q u e t b o l

## PATRONES DE DISEÑO

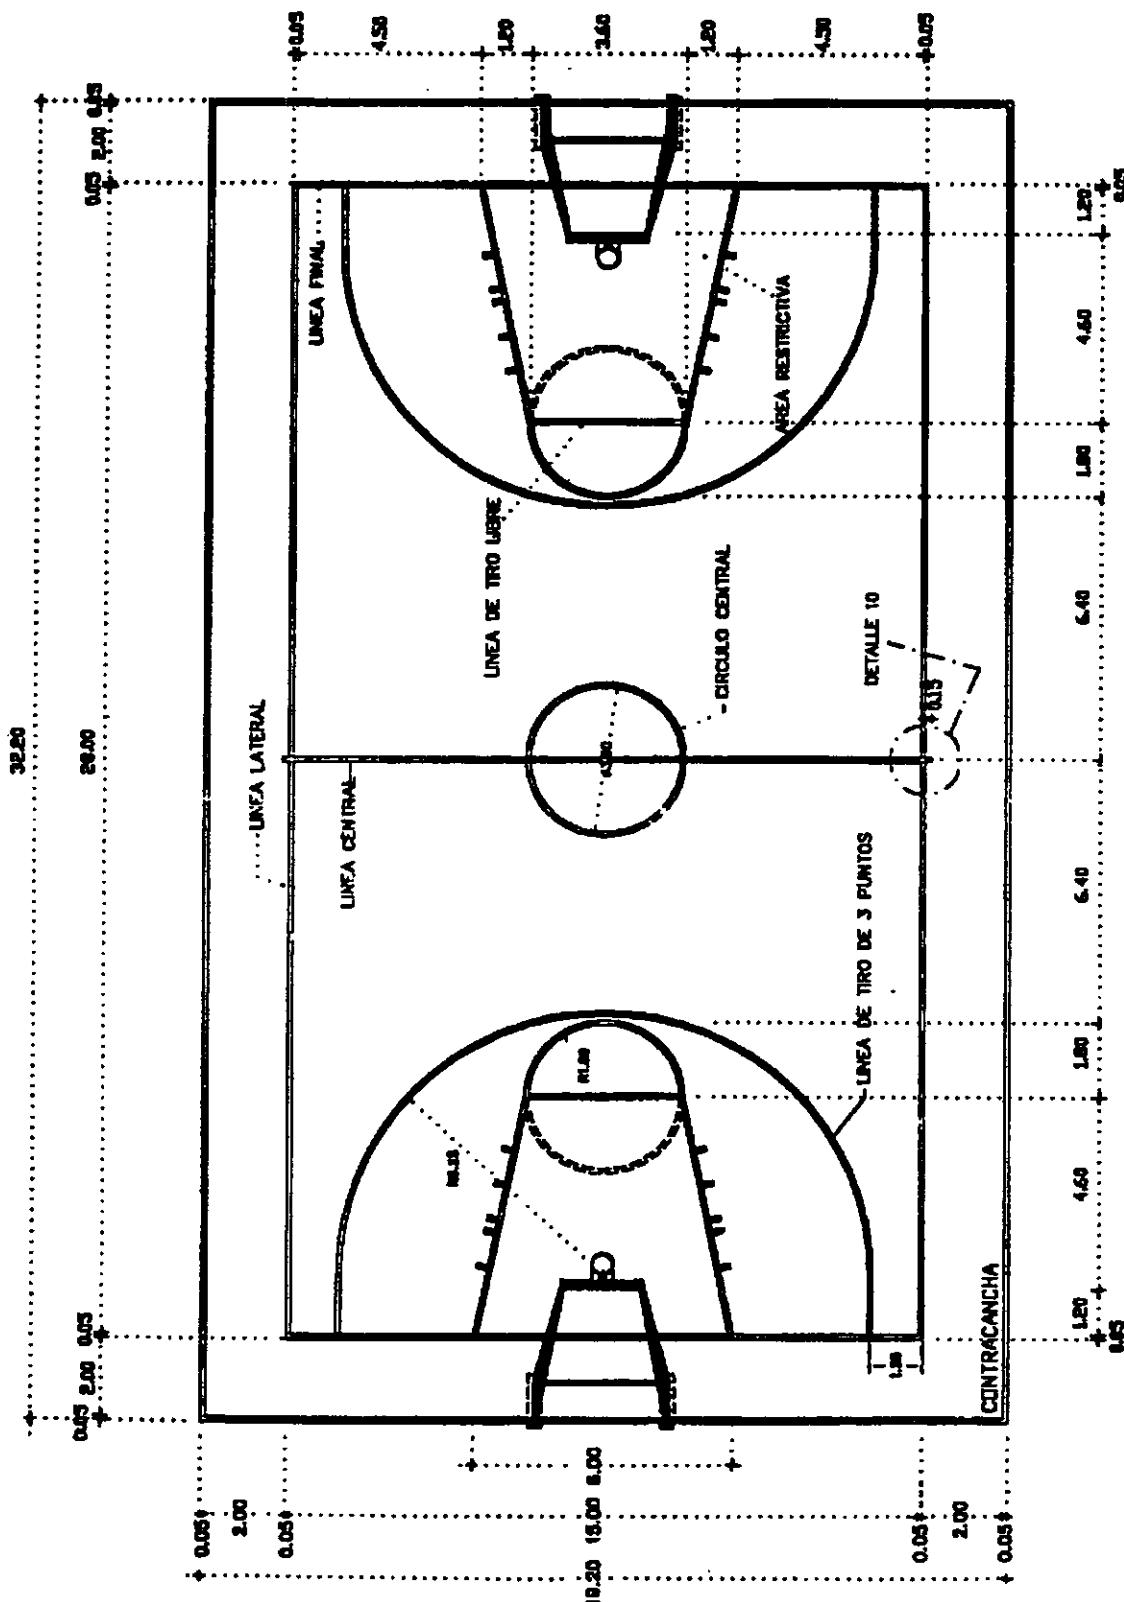

## PATRONES DE DISEÑO

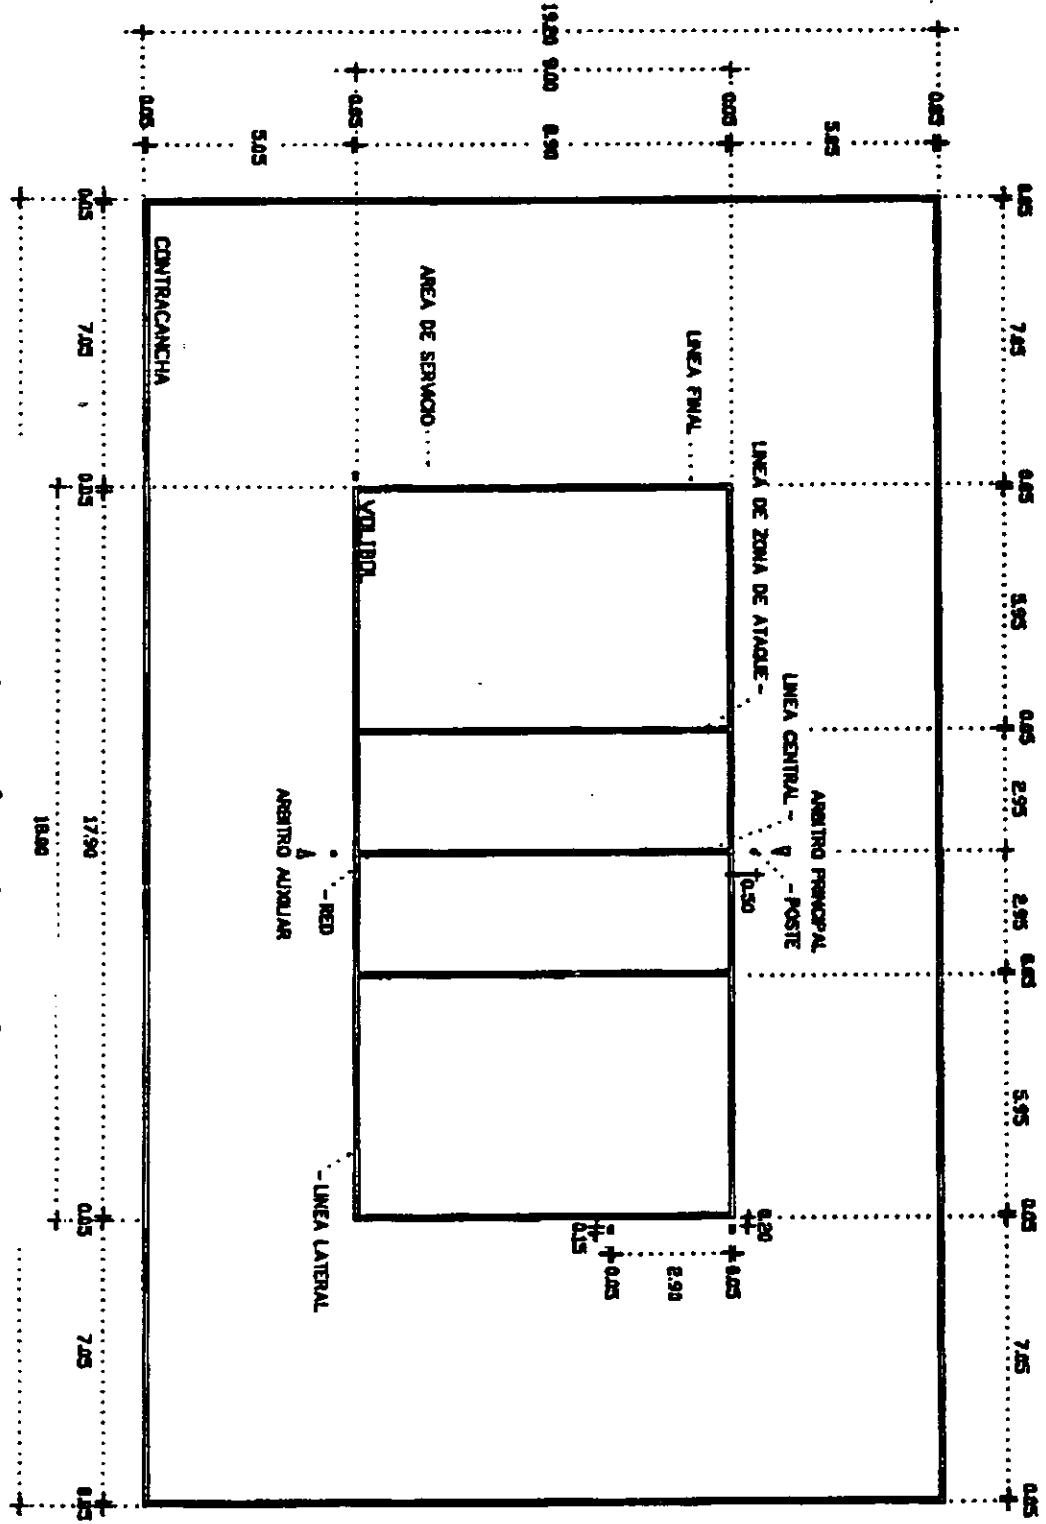


V o l i b o l


# Badminton

82

## PATRONES DE DISEÑO

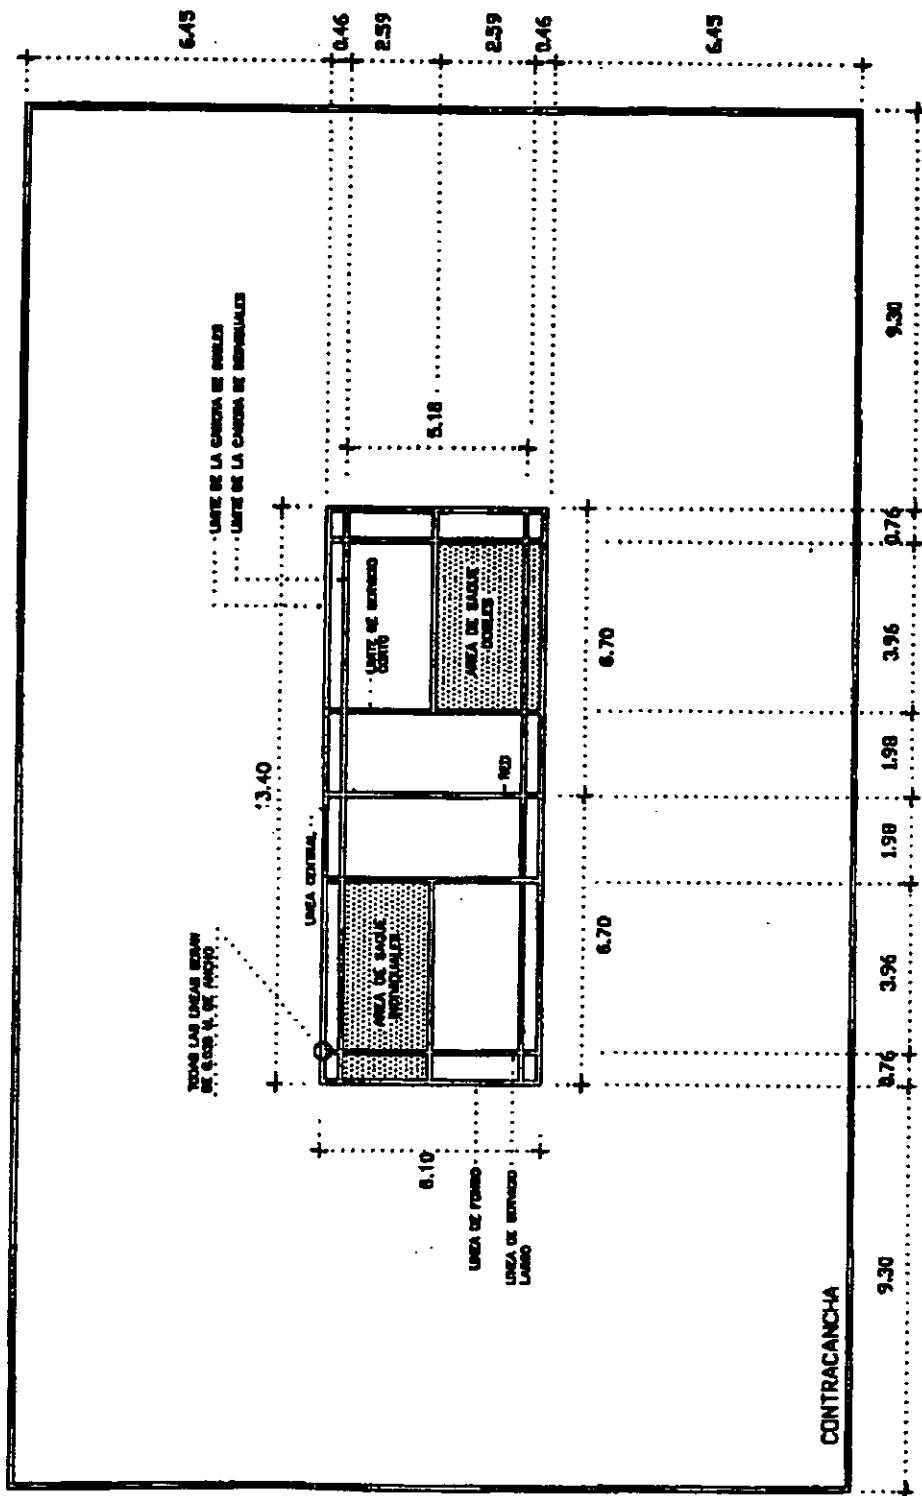


## PATRONES DE DISEÑO

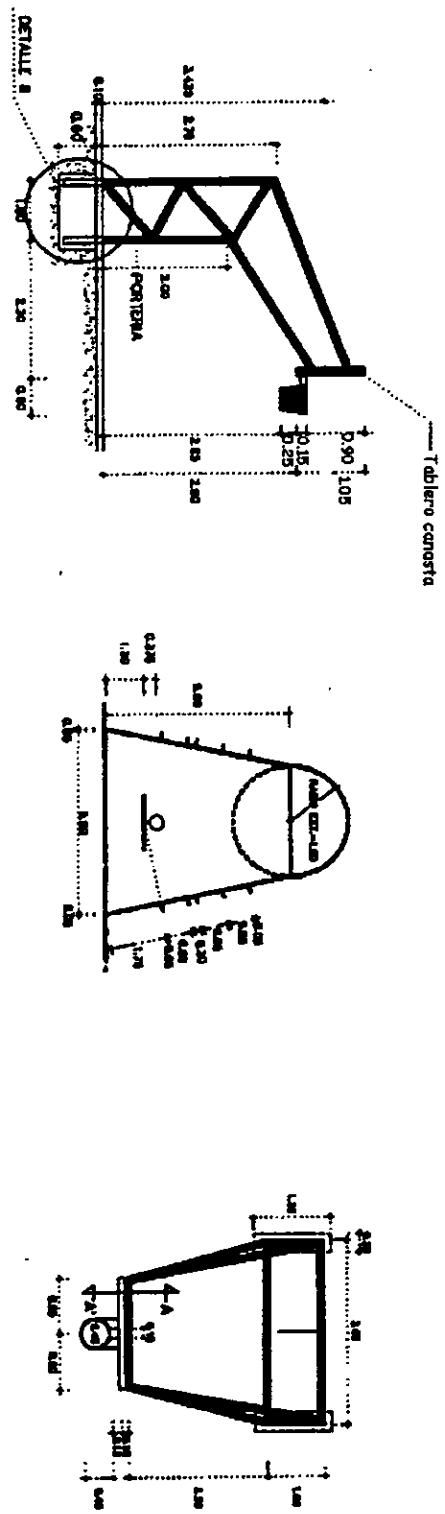


VISTA FRONTEL

DETALLE ÁREA RESTRICTIVA



PLANTA

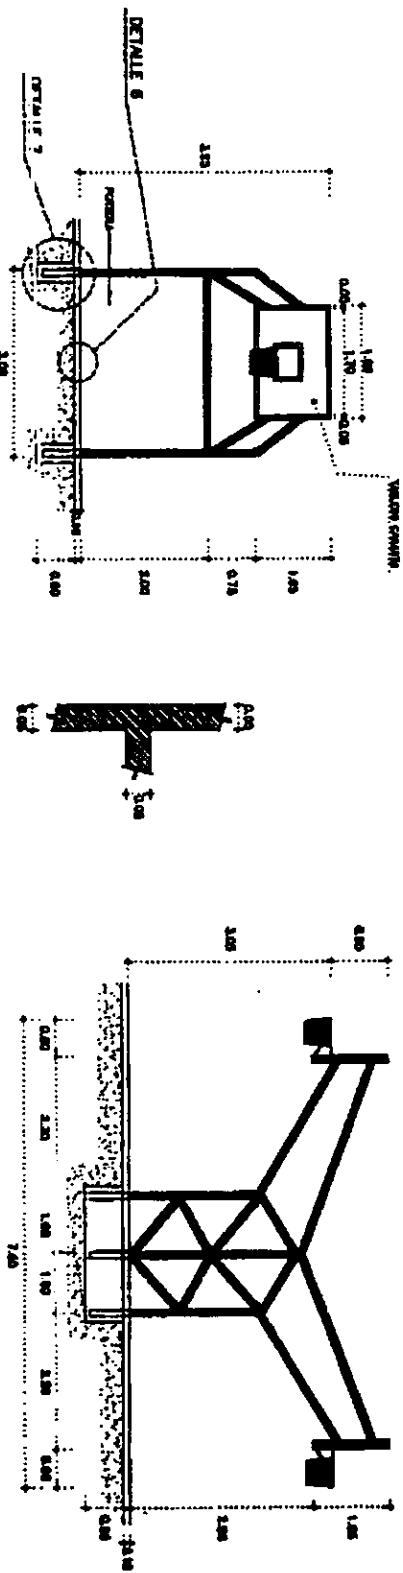



## PATRONES DE DISEÑO

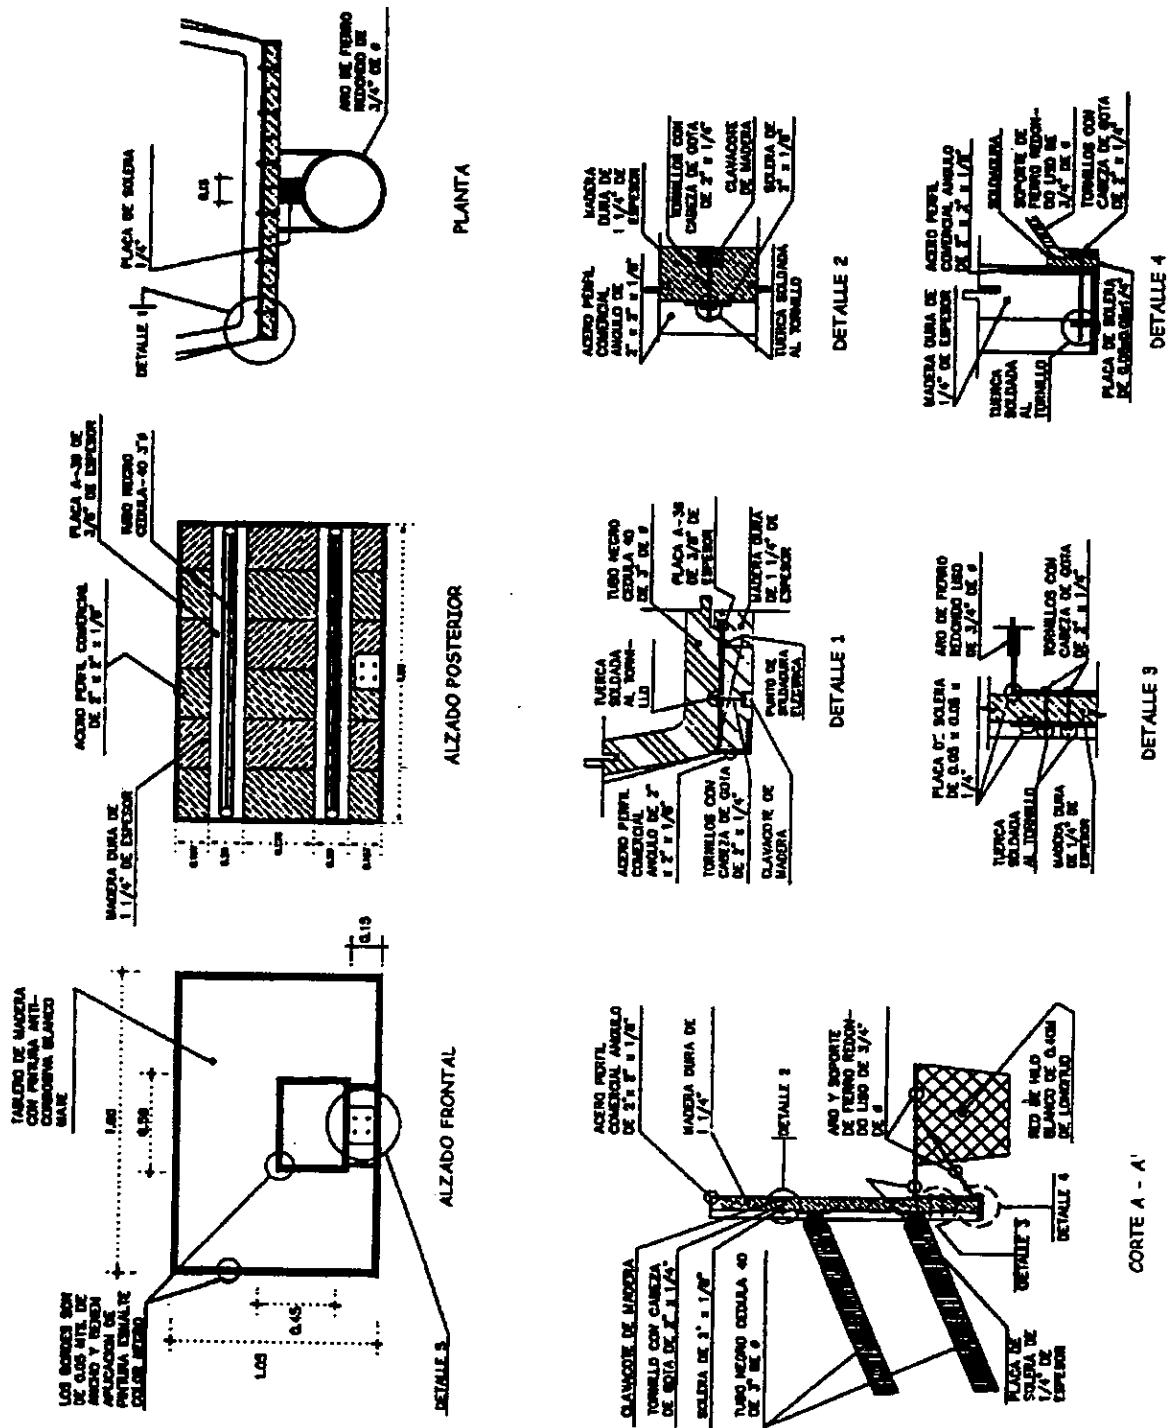


## PATRONES DE DISEÑO

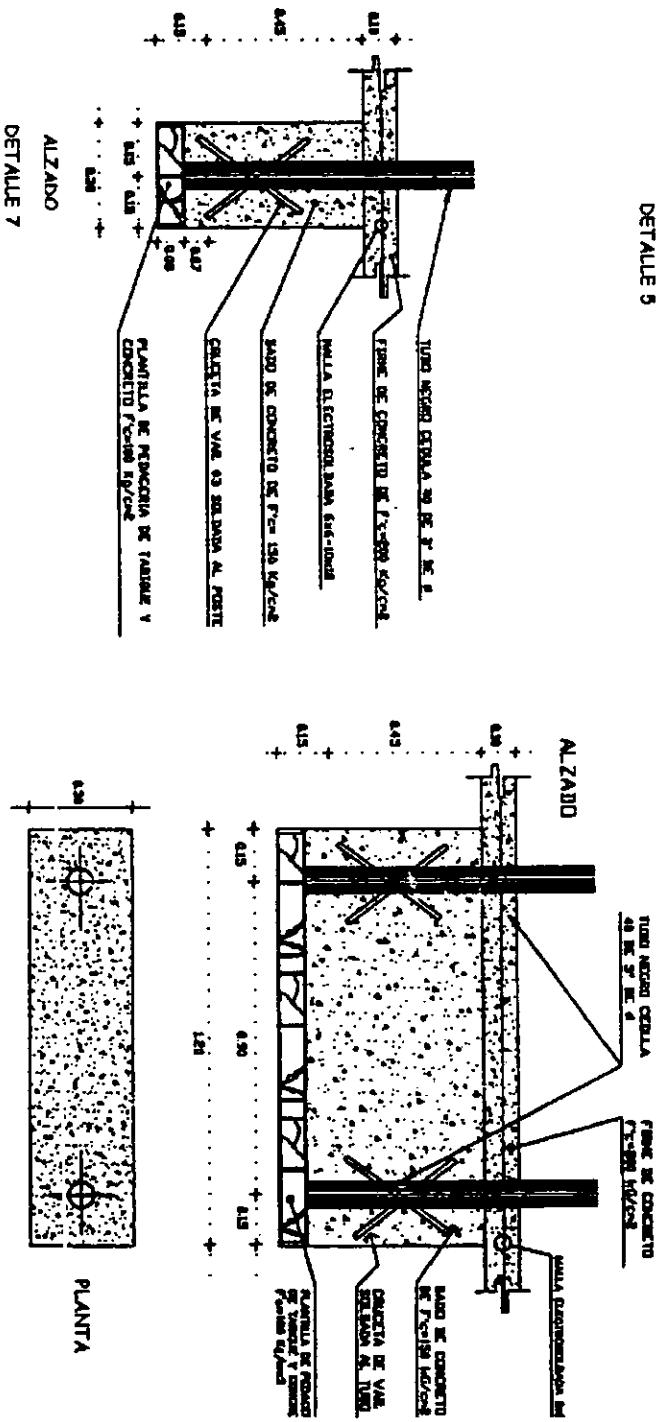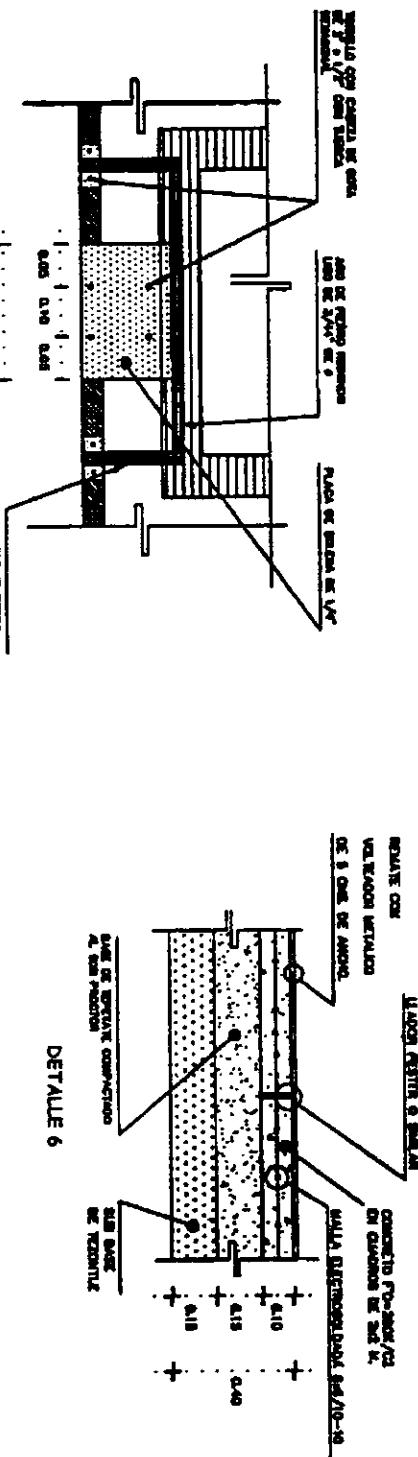

## PATRONES DE DISEÑO

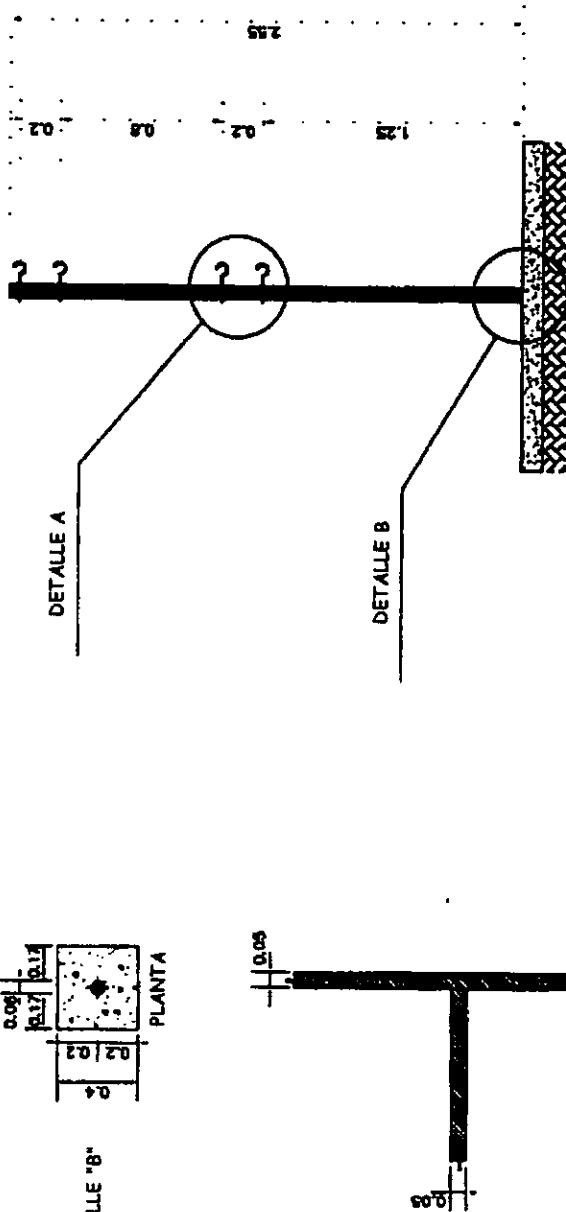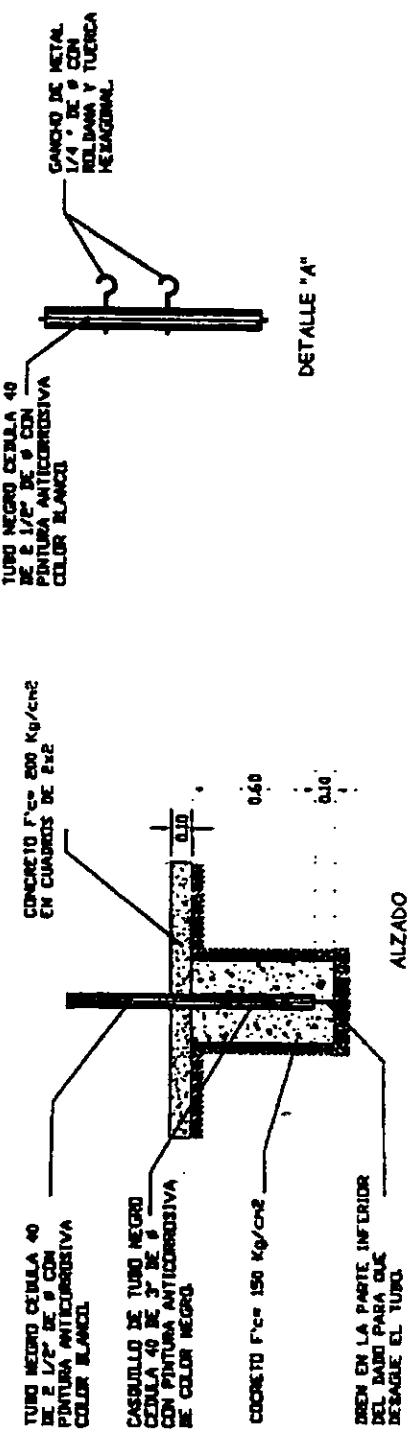


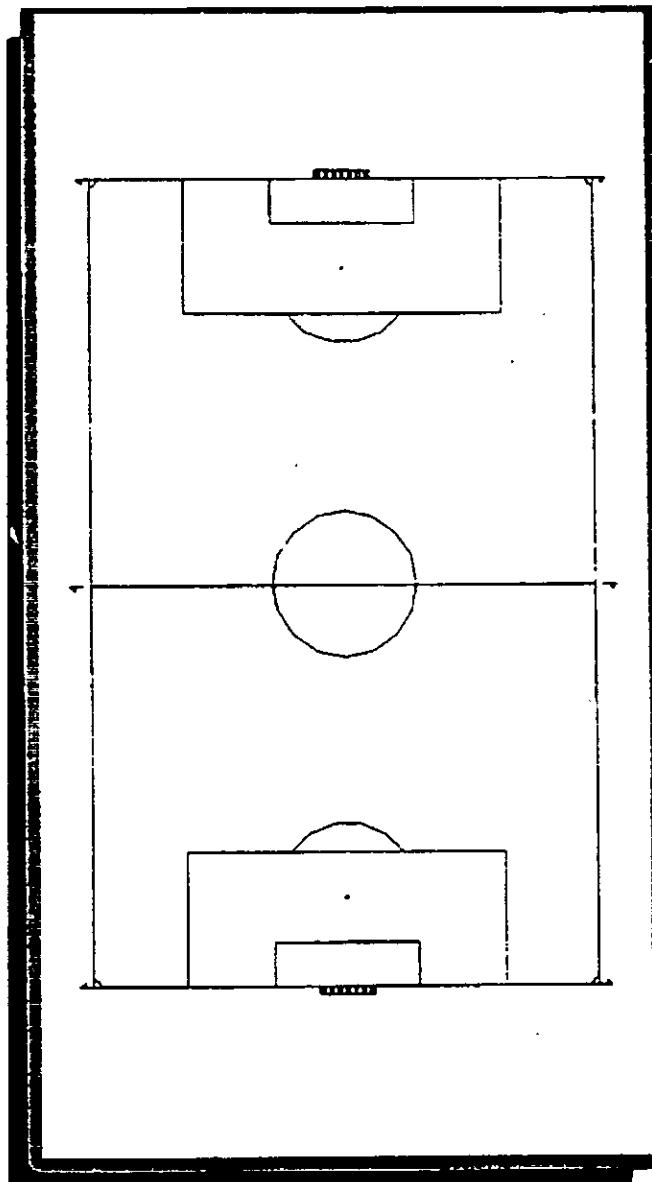


Cancha de

F u t b o l

## PATRONES DE DISEÑO

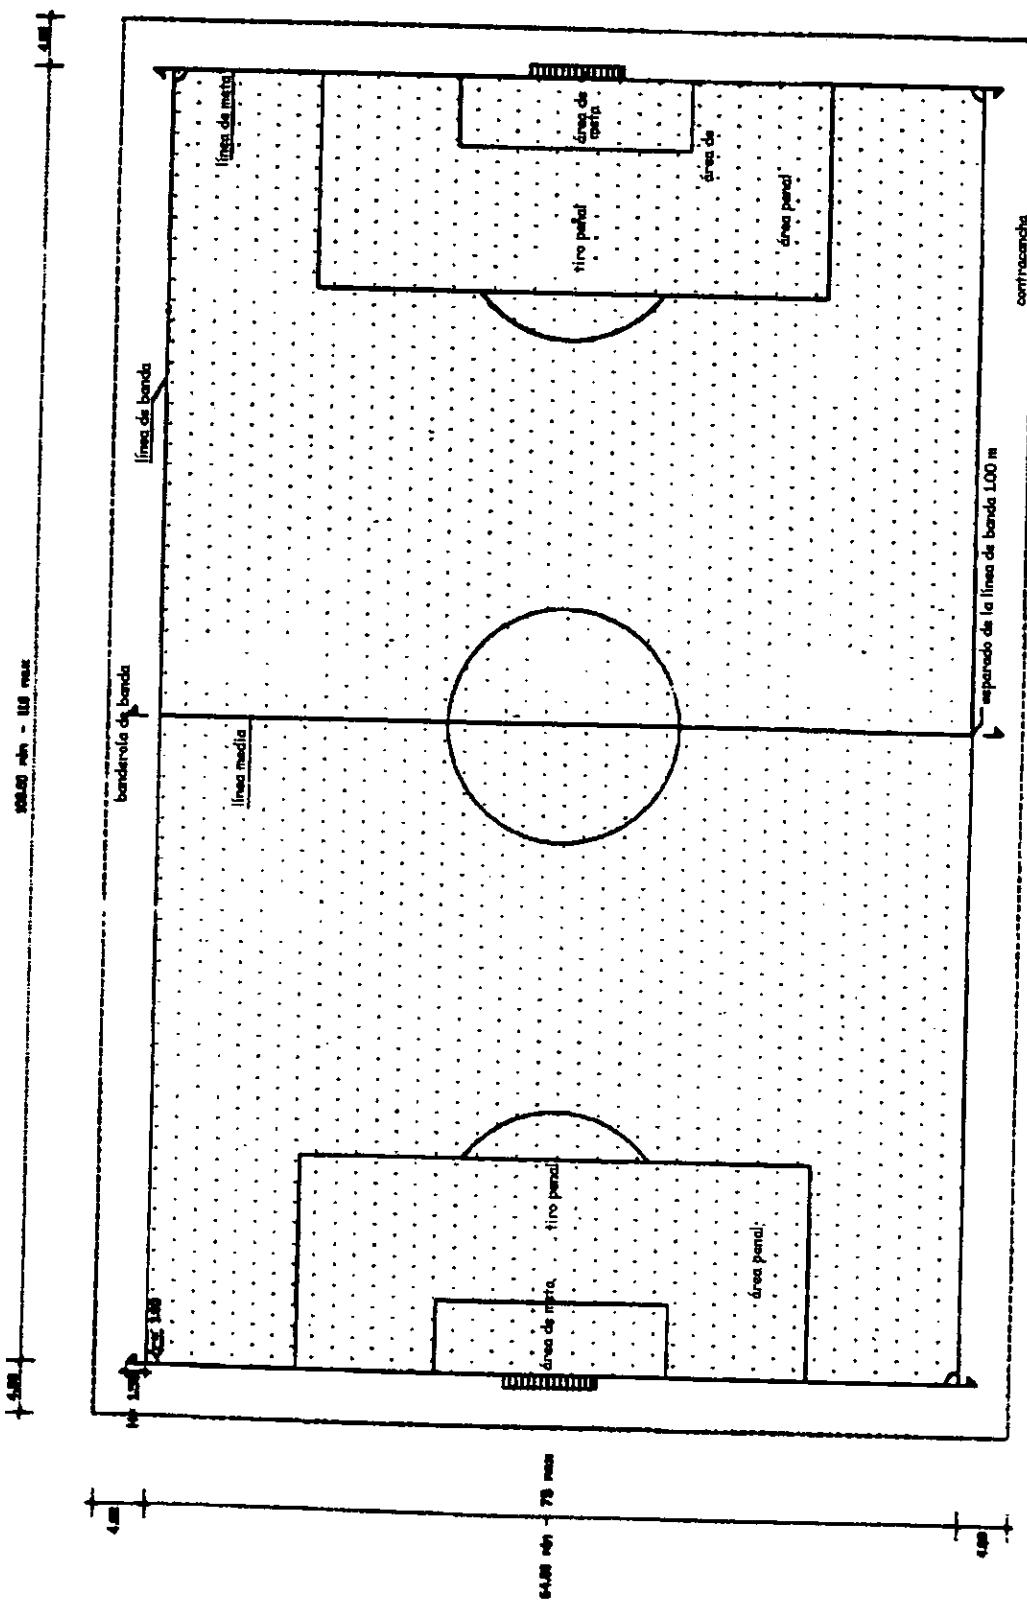

## PATRONES DE DISEÑO

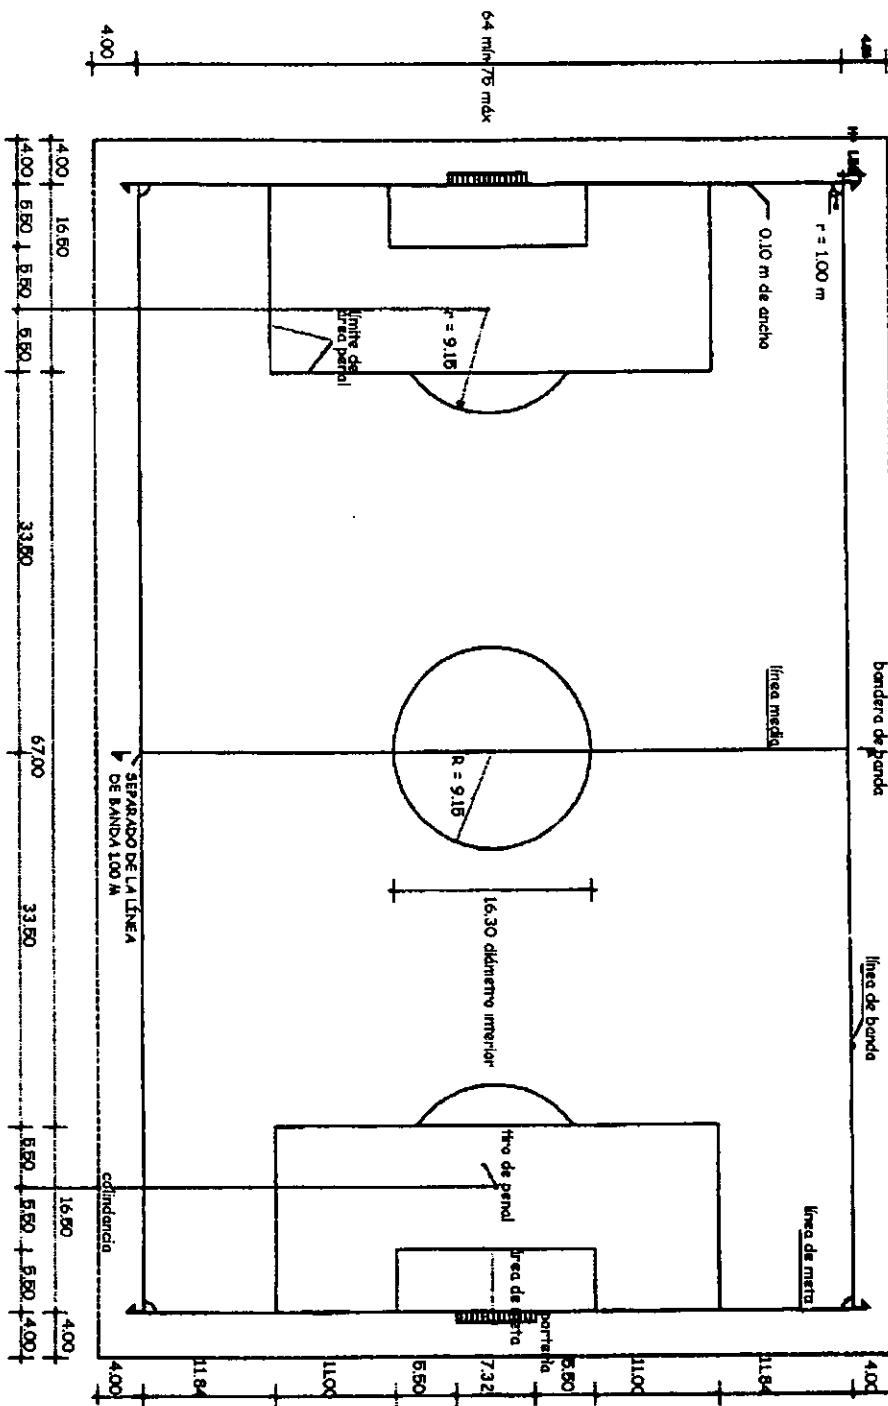


**DATOS:**


- Líneas de cal de 10 cm de ancho.
- Porterías de 7.32 mts.
- Alturas de porterías 2.44 m
- Nota: como plano de apoyo en corte de campo
- Referirse al plano de atletismo.

Su forma será rectangular de una longitud máxima de 120 mts. Y mínima de 90 mts. Para partidos internacionales la longitud de 110 mts como máximo, y 100 mts como mínimo y el ancho no será mayor de 75 mts. Ni inferior de 84 mts. En todos los casos deberá ser mayor la longitud que el ancho. La orientación del campo es muy importante, debe buscarse siempre que el eje longitudinal esté en dirección norte-sur con variaciones de 45° tanto al este como al oeste. **IMPROANTE.** Cuando se trate de una cancha de fútbol dentro de una pista de atletismo, las dimensiones deberán ser las mínimas que son 100 mts longitudinales y 64 mts. De ancho.

## PATRONES DE DISEÑO

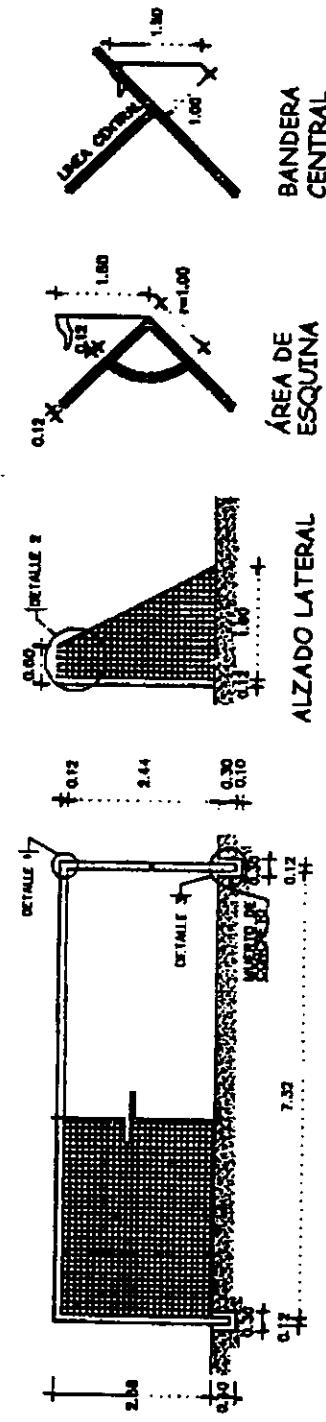

## PORTERÍA


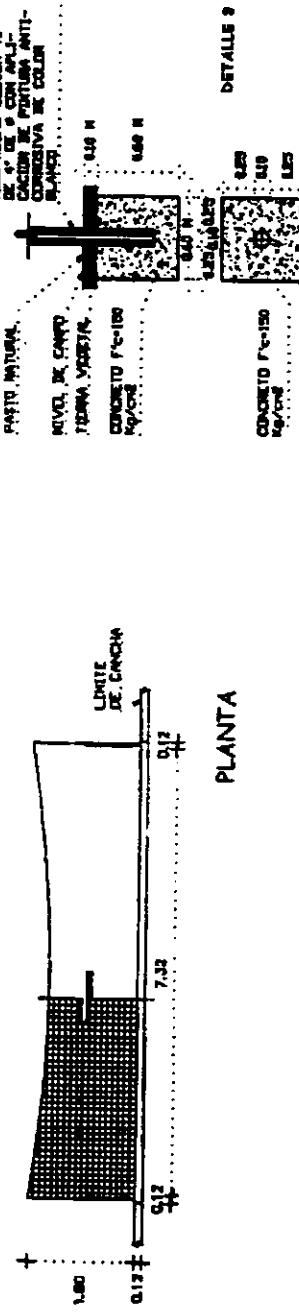


Los postes de meta y el larguero pueden ser de madera, metal u otro tipo de material aprobado. Deberán ser de sección cuadrada, rectangular, redonda, semiredonda o elíptica. Las redes deberán ser enganchadas a los postes, al larguero y al suelo por detrás de los marcos, debiendo estar sujetas en forma conveniente y colocadas de manera que no estorben al guardameta.


Los marcos deben ser de color blanco.

Área de esquina.

Con un radio de un metro y medidos desde cada banderola de esquina, se marcarán en la parte interior del terreno 4 arcos de circunferencia a los cuales se denominarán áreas de esquina.

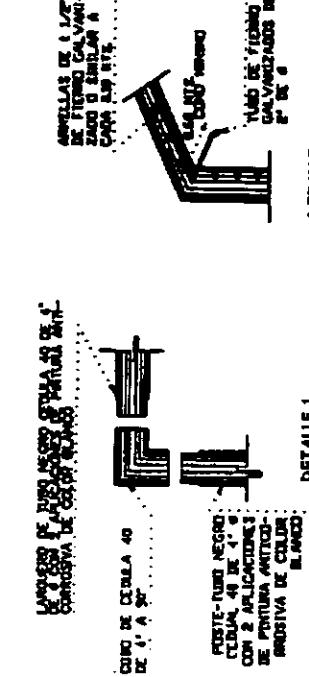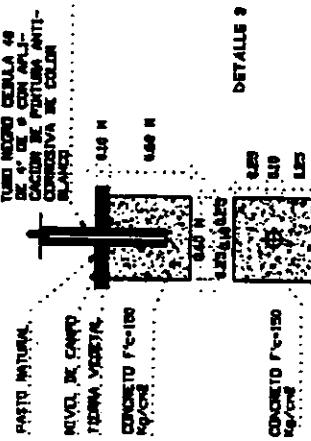


PATRONES DE DISEÑO

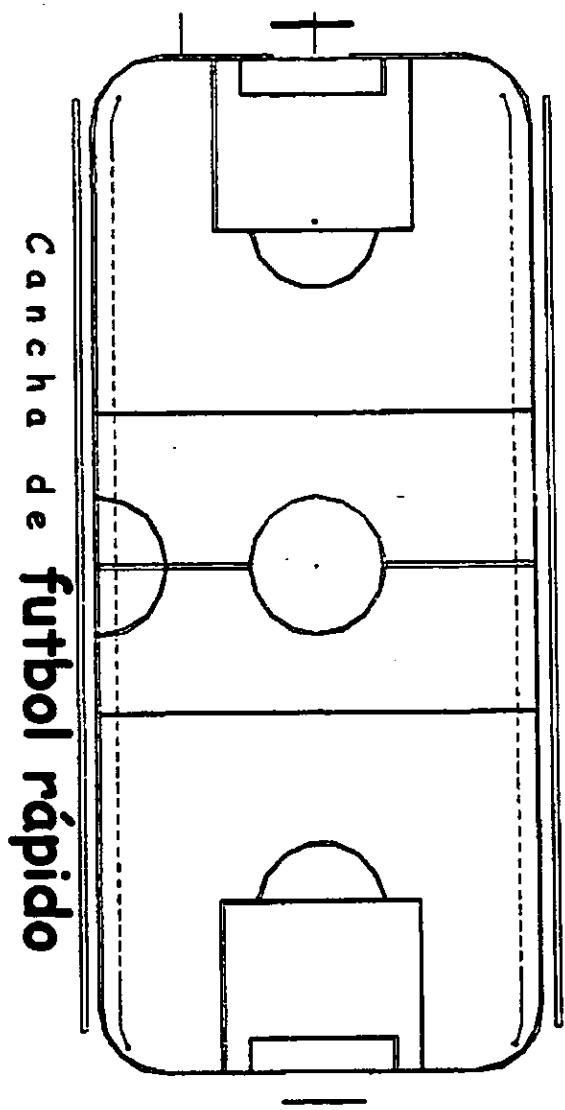


Cancha de fútbol rápido

## PATRONES DE DISEÑO

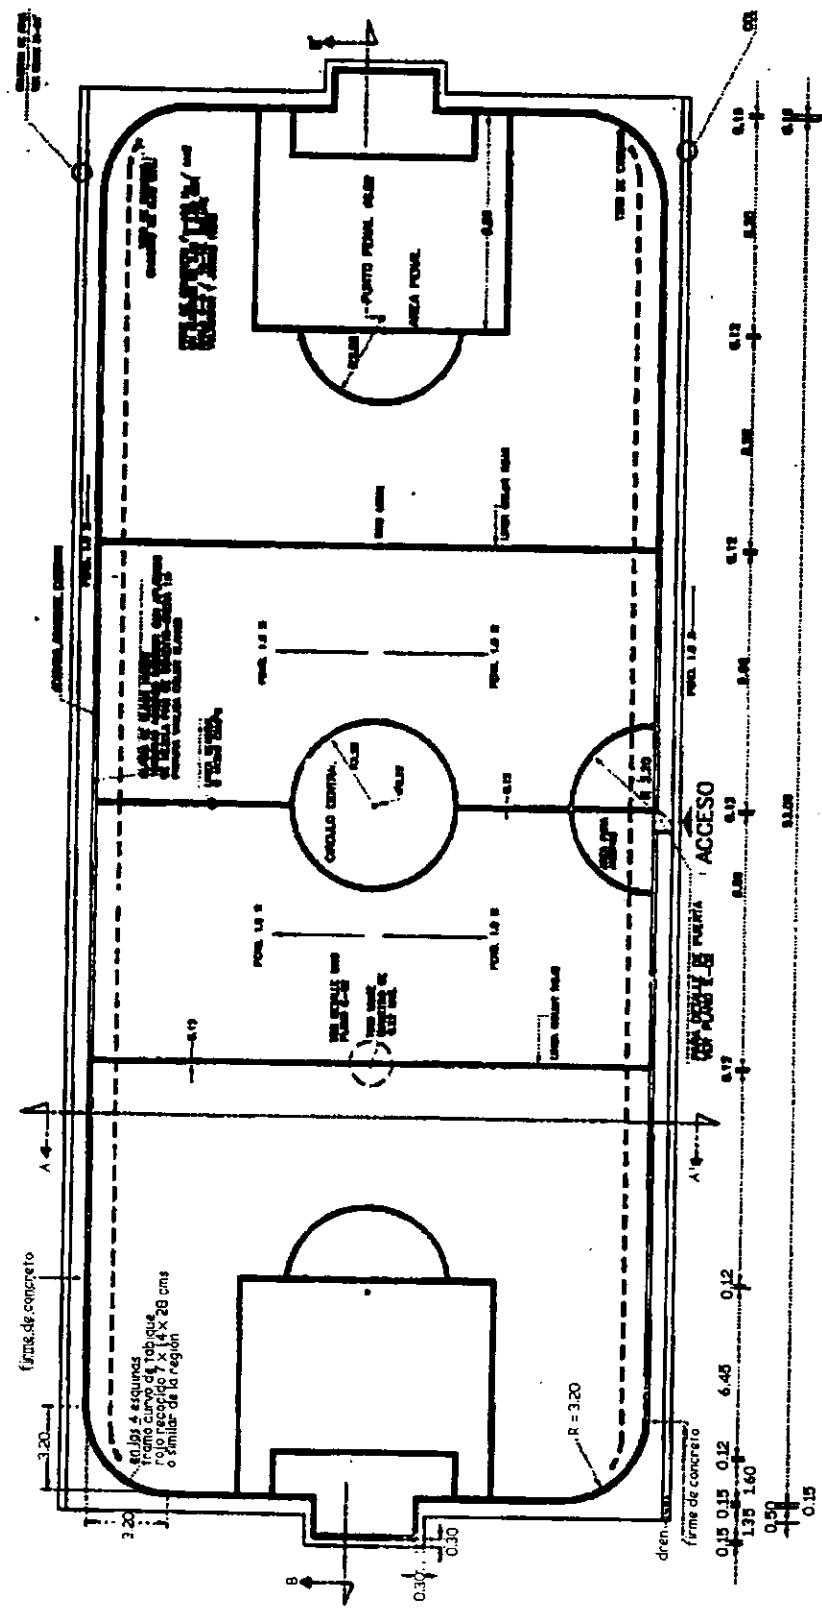


Planta arquitectónica

## Patrones de diseño

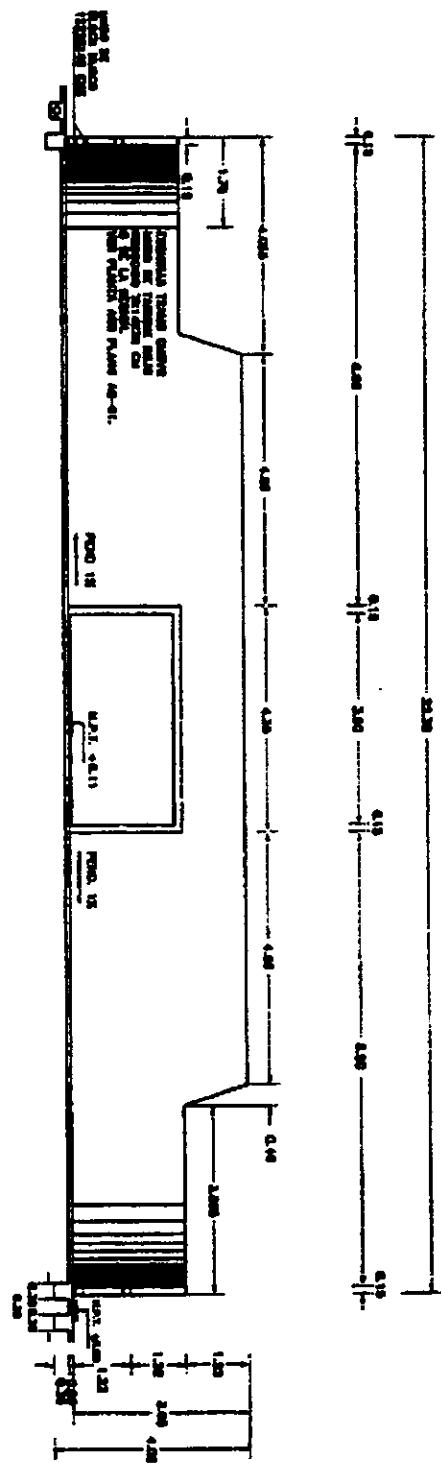


Corte transversal A - A'

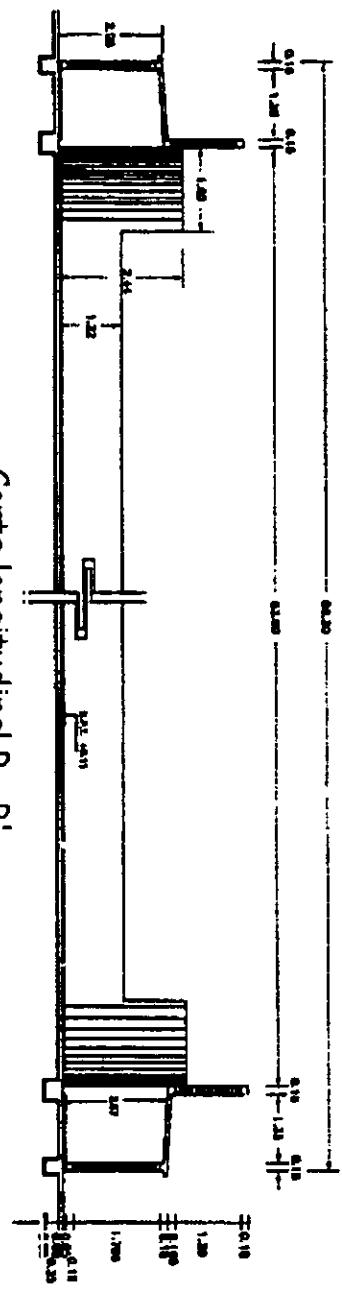

Corte longitudinal B - B'


## Patrones de diseño

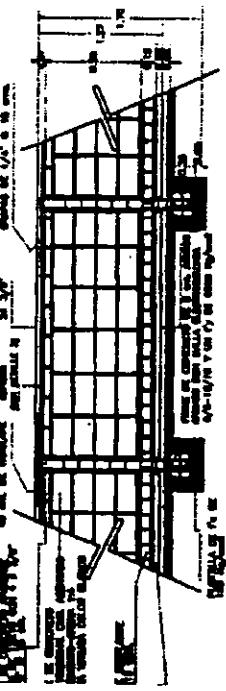


Corte X -X'

### Notas generales

- 1.- CONCRETO F.C. 30 MPA.
- 2.- ARMADO SIMPLIFICADO. T-1000 mm. x 1000 mm.
- 3.- ALTO DE BLANCO NUEVO: 1000 mm. ALTO DE CIMENTACIÓN: 1000 mm. ALTO DE CIMENTACIÓN: 1000 mm.
- 4.- ALTO DE BLOQUE: 1000 mm. ALTO DE BLOQUE: 1000 mm.
- 5.- ALTO DE BLOQUE: 1000 mm. ALTO DE BLOQUE: 1000 mm.
- 6.- ALTO DE BLOQUE: 1000 mm. ALTO DE BLOQUE: 1000 mm.
- 7.- ALTO DE BLOQUE: 1000 mm. ALTO DE BLOQUE: 1000 mm.
- 8.- ALTO DE BLOQUE: 1000 mm. ALTO DE BLOQUE: 1000 mm.
- 9.- ALTO DE BLOQUE: 1000 mm. ALTO DE BLOQUE: 1000 mm.
- 10.- ALTO DE BLOQUE: 1000 mm. ALTO DE BLOQUE: 1000 mm.
- 11.- ALTO DE BLOQUE: 1000 mm. ALTO DE BLOQUE: 1000 mm.
- 12.- ALTO DE BLOQUE: 1000 mm. ALTO DE BLOQUE: 1000 mm.
- 13.- ALTO DE BLOQUE: 1000 mm. ALTO DE BLOQUE: 1000 mm.
- 14.- ALTO DE BLOQUE: 1000 mm. ALTO DE BLOQUE: 1000 mm.

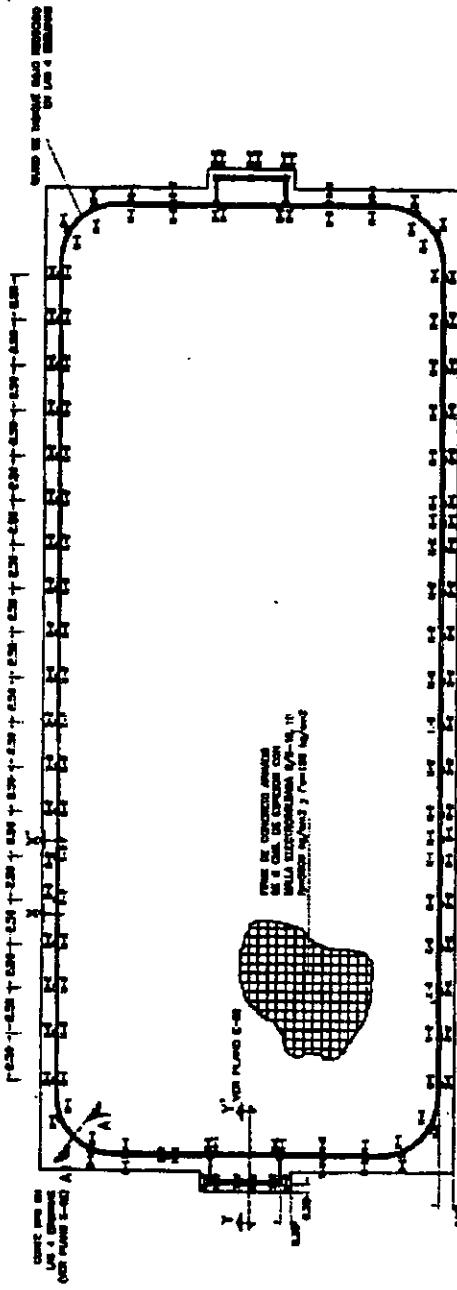

Planta de cimentación tipo

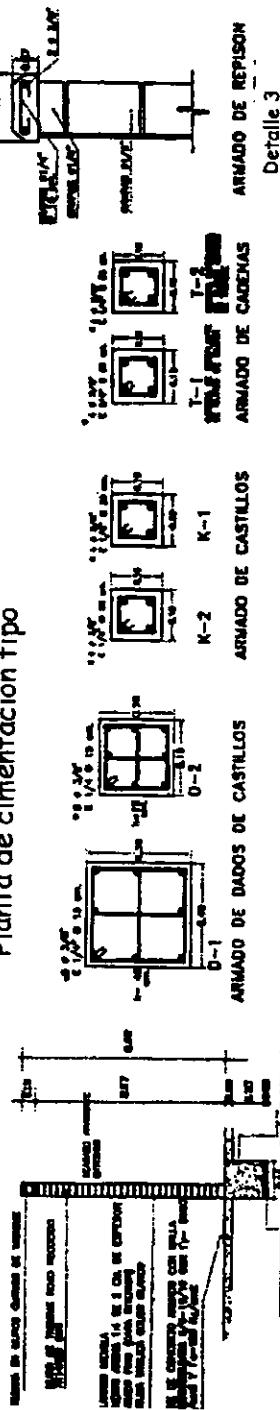

Corte A - A'


ARMADO DE REPORTE  
ARMADO DE CADENAS  
ARMADO DE CASTILLOS  
0-2 K-1 K-2

Detalle 3

Patrones de diseño




Corte XI - XI'

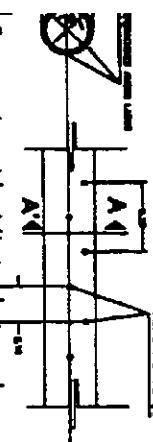


**Corte A - A'** Vista lateral


Detaille 1

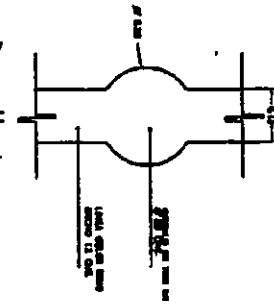


Corte X2 - X2"

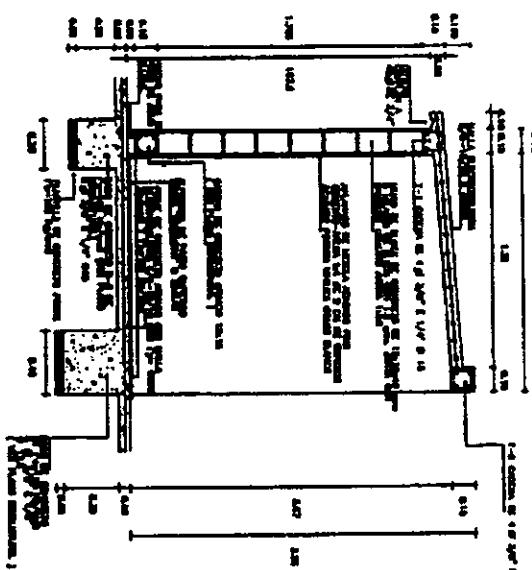

Última puerta

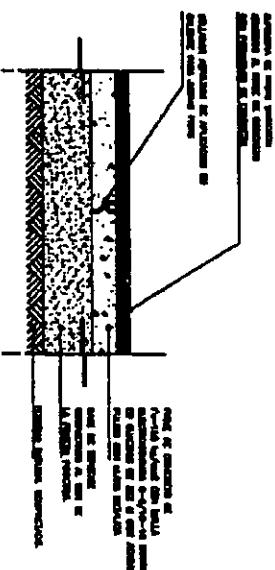

Corte en piso tipo

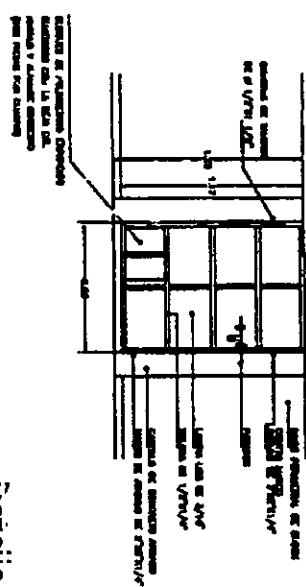


#### **Detalle perforación tubo dren**

**A + I e + i s m o**

Pista de




## Patrones de diseño

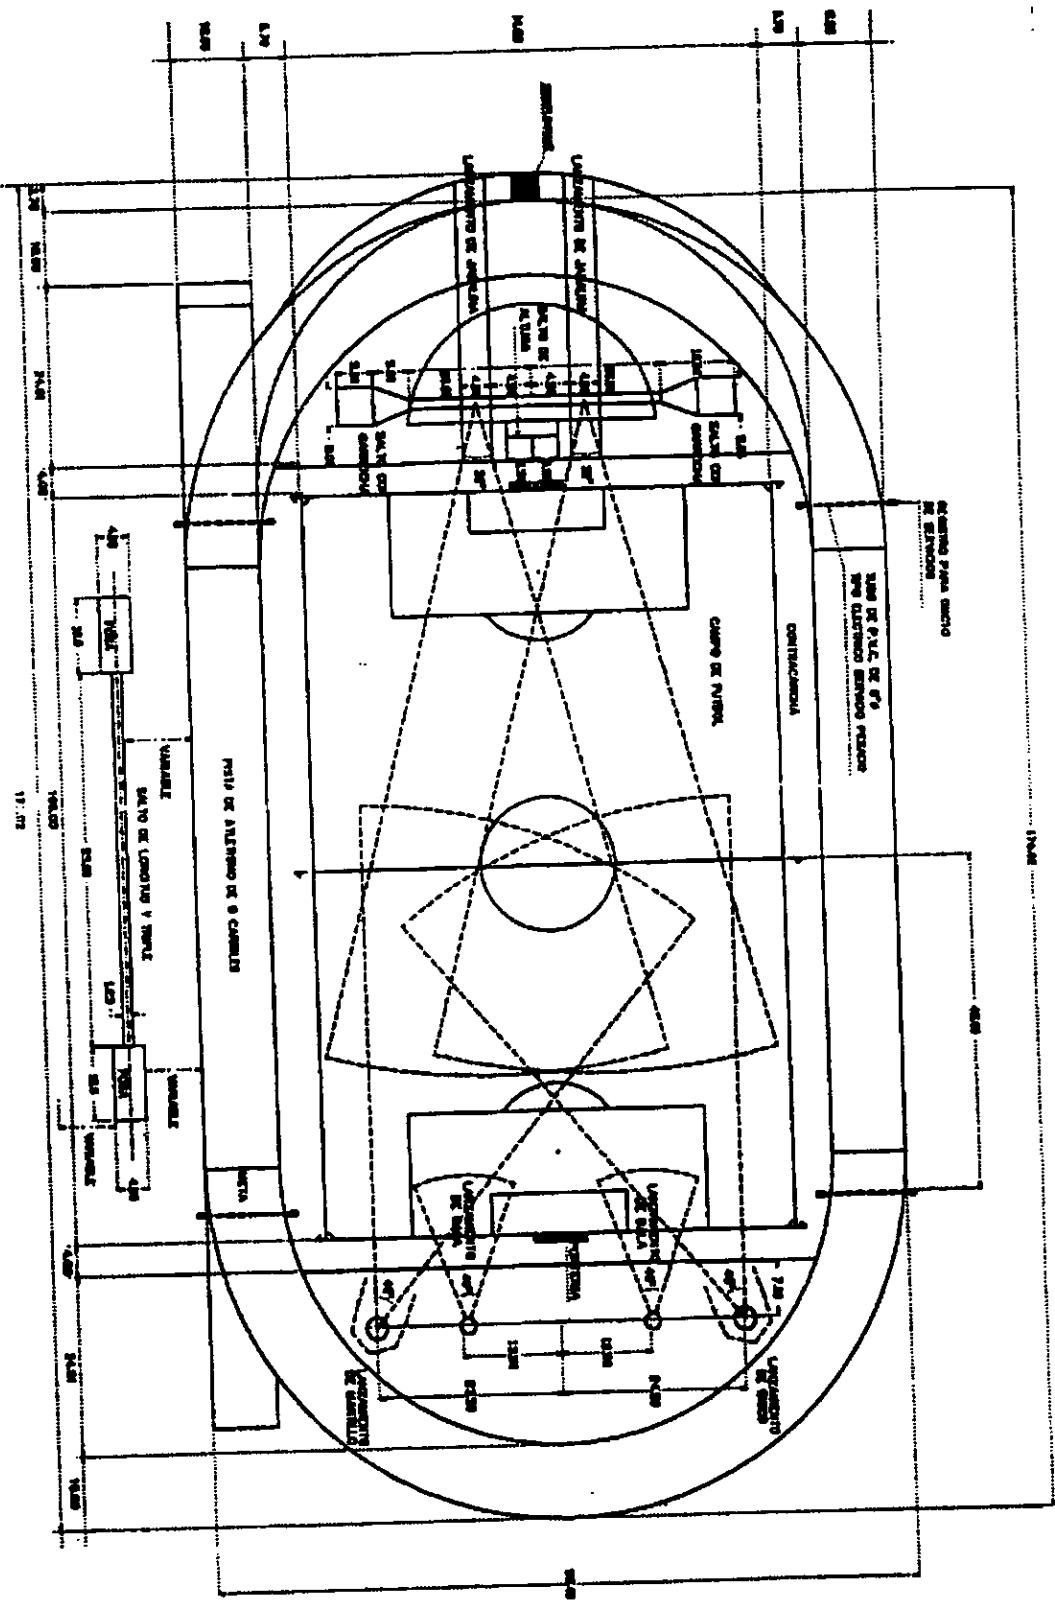


## Pista de Atletismo


## Patrones de diseño

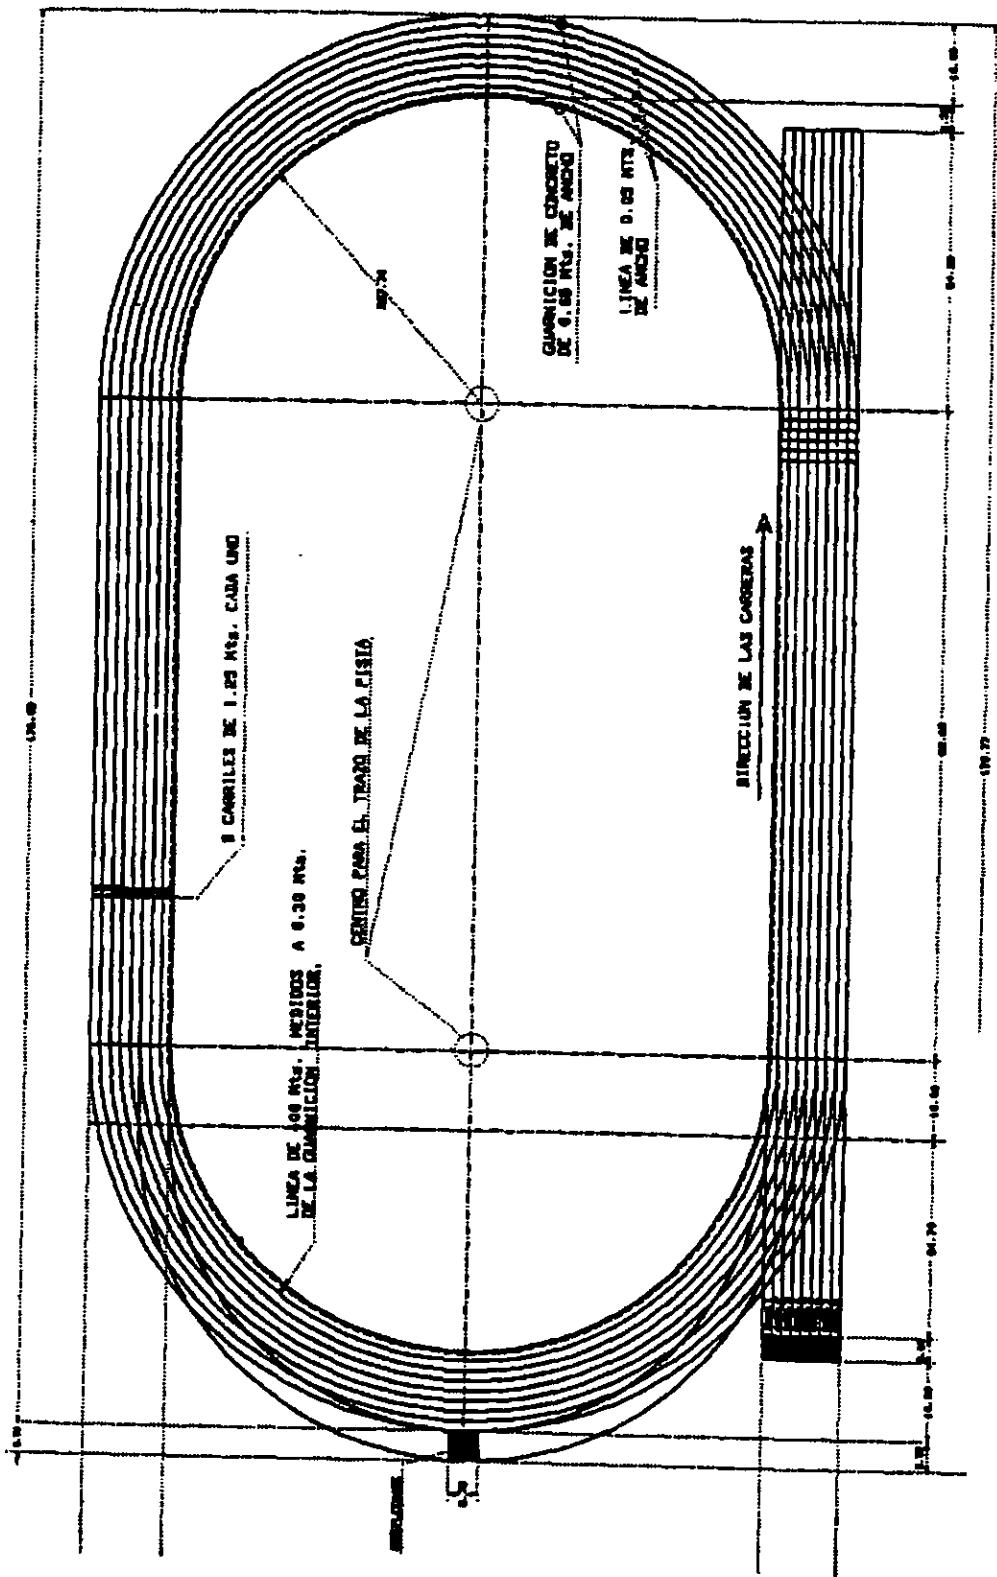

Patrones de diseño

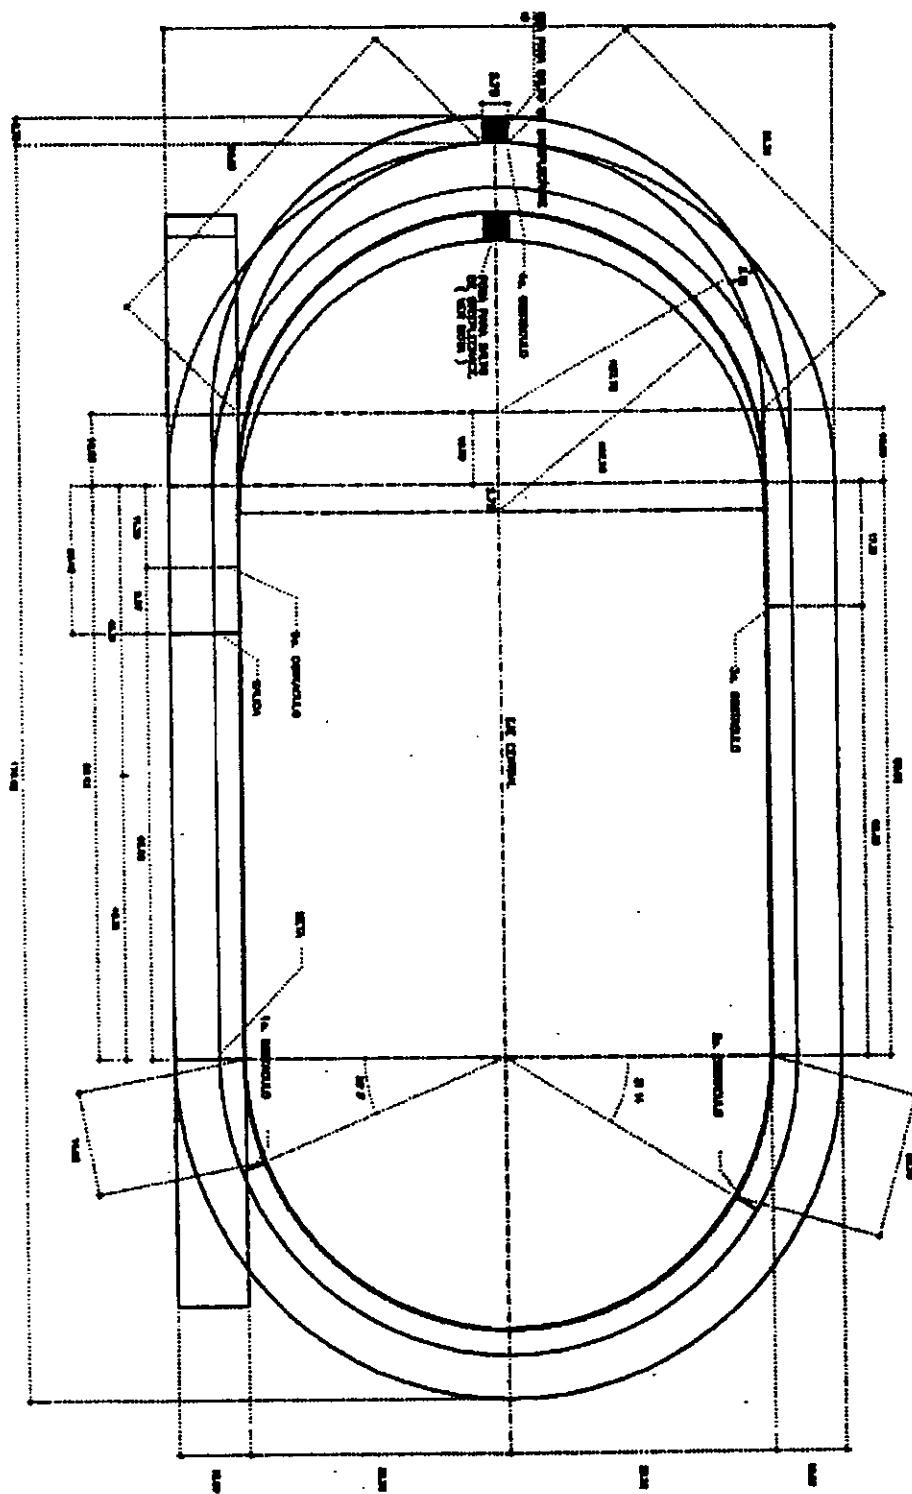

Patrones de diseño

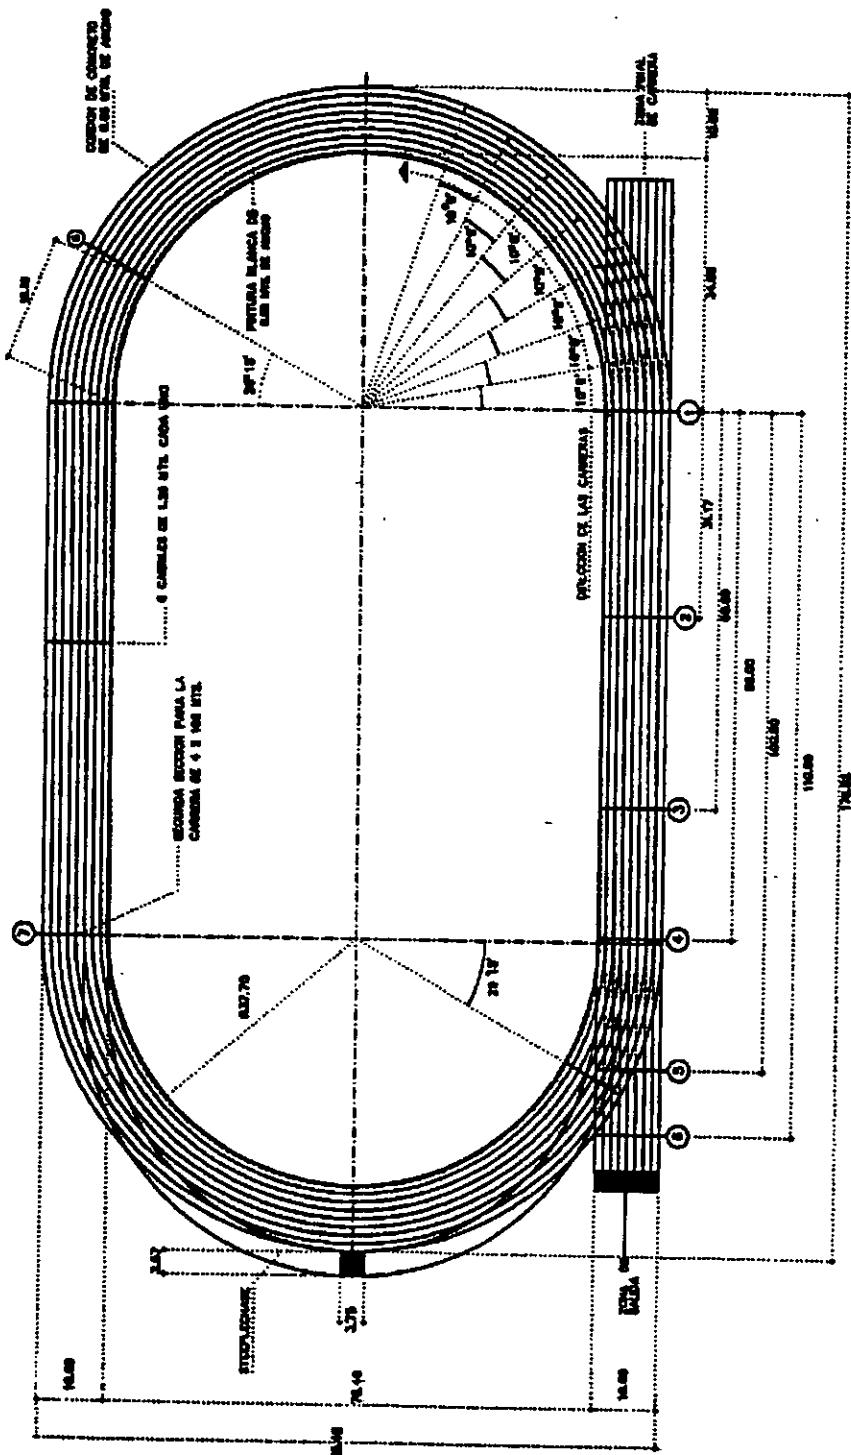


|                     |        |
|---------------------|--------|
| 1 LUNA DE SEDA PIMA | 1000 M |
| 1 LUNA DE SEDA PIMA | 1000 M |
| GENERAL INFORMATION |     | EDUCATIONAL ATTAINMENT |                            | SOCIAL STATUS |          |
|---------------------|-----|------------------------|----------------------------|---------------|----------|
| NAME                | SEX | AGE                    | EDUCATION                  | RELATIONSHIP  | INCOME   |
| John Doe            | M   | 35                     | High School Graduate       | Husband       | \$40,000 |
| Jane Doe            | F   | 32                     | Elementary School Graduate | Wife          | \$35,000 |
| John's Father       | M   | 65                     | Elementary School Graduate | Father        | \$25,000 |
| John's Mother       | F   | 62                     | Elementary School Graduate | Mother        | \$20,000 |
| John's Son          | M   | 10                     | Elementary School Graduate | Son           | \$10,000 |
| John's Daughter     | F   | 8                      | Elementary School Graduate | Daughter      | \$10,000 |

(G) (1) (b) (3) (A) (i) (B) (ii) (C) (iii) (D) (iv) (E) (v) (F) (vi) (G) (vii) (H) (viii) (I) (viii) (J) (viii) (K) (viii) (L) (viii) (M) (viii) (N) (viii) (O) (viii) (P) (viii) (Q) (viii) (R) (viii) (S) (viii) (T) (viii) (U) (viii) (V) (viii) (W) (viii) (X) (viii) (Y) (viii) (Z) (viii)

## Patrones de diseño

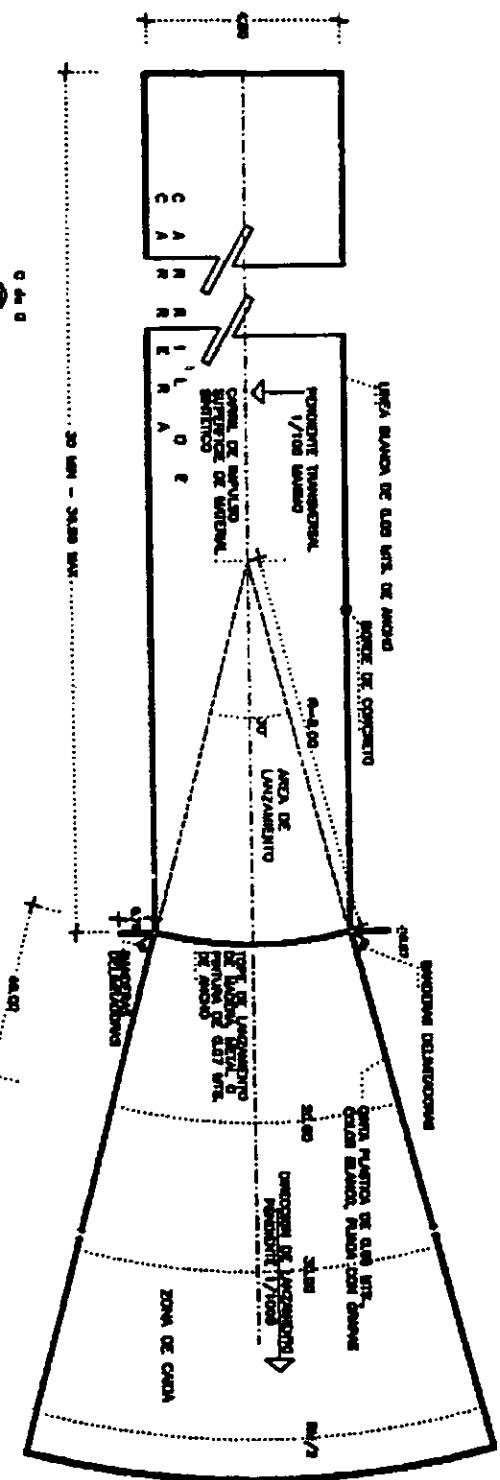

Plataforma  
Jabalina

### Jabalina internacional


| DISTANCIA (TOMA LAS DIMENSIONES EN mm)        |   | metros | pies  |
|---|---|--------|-------|
| distancia                                     | distancia                                     | metros | pies  |
| entre el centro y la línea de fondo           | entre el centro y la línea de lanza           | 10000  | 32808 |
| entre la línea de fondo y la línea de lanza   | entre la línea de fondo y la línea de círculo | 10000  | 32808 |
| entre la línea de lanza y la línea de círculo | entre la línea de lanza y la línea de fondo   | 10000  | 32808 |
| entre la línea de círculo y la línea de fondo | entre la línea de círculo y la línea de lanza | 10000  | 32808 |

| DISTANCIA (TOMA LAS DIMENSIONES EN mm)        |   | metros | pies  |
|---|---|--------|-------|
| distancia                                     | distancia                                     | metros | pies  |
| entre el centro y la línea de fondo           | entre el centro y la línea de lanza           | 10000  | 32808 |
| entre la línea de fondo y la línea de lanza   | entre la línea de fondo y la línea de círculo | 10000  | 32808 |
| entre la línea de lanza y la línea de círculo | entre la línea de lanza y la línea de fondo   | 10000  | 32808 |
| entre la línea de círculo y la línea de fondo | entre la línea de círculo y la línea de lanza | 10000  | 32808 |

| TABLA DE LA DISTAL MÉTRICA                    |   |
|---|---|
| distancia                                     | distancia                                     |
| entre el centro y la línea de fondo           | entre el centro y la línea de lanza           |
| entre la línea de fondo y la línea de lanza   | entre la línea de fondo y la línea de círculo |
| entre la línea de lanza y la línea de círculo | entre la línea de lanza y la línea de fondo   |
| entre la línea de círculo y la línea de fondo | entre la línea de círculo y la línea de lanza |


APENDICE DEL 1 DE AGO. 1961, modificada

## Patrones de diseño

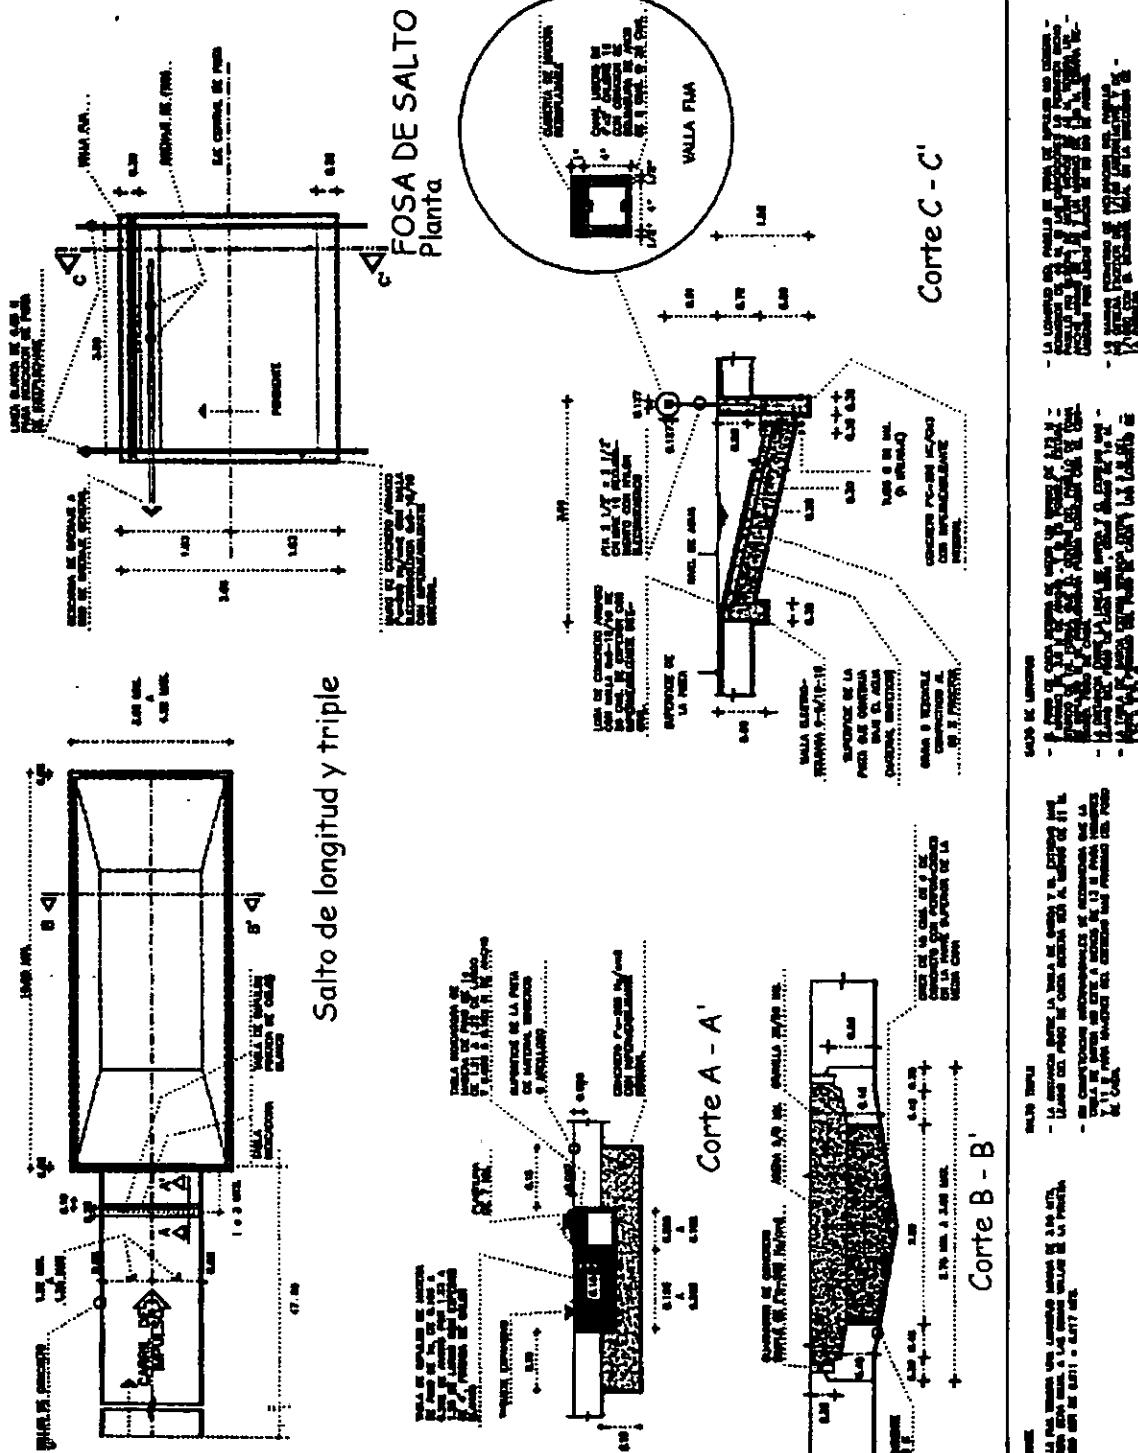


## Patrones de diseño


Círculo de lanzamiento

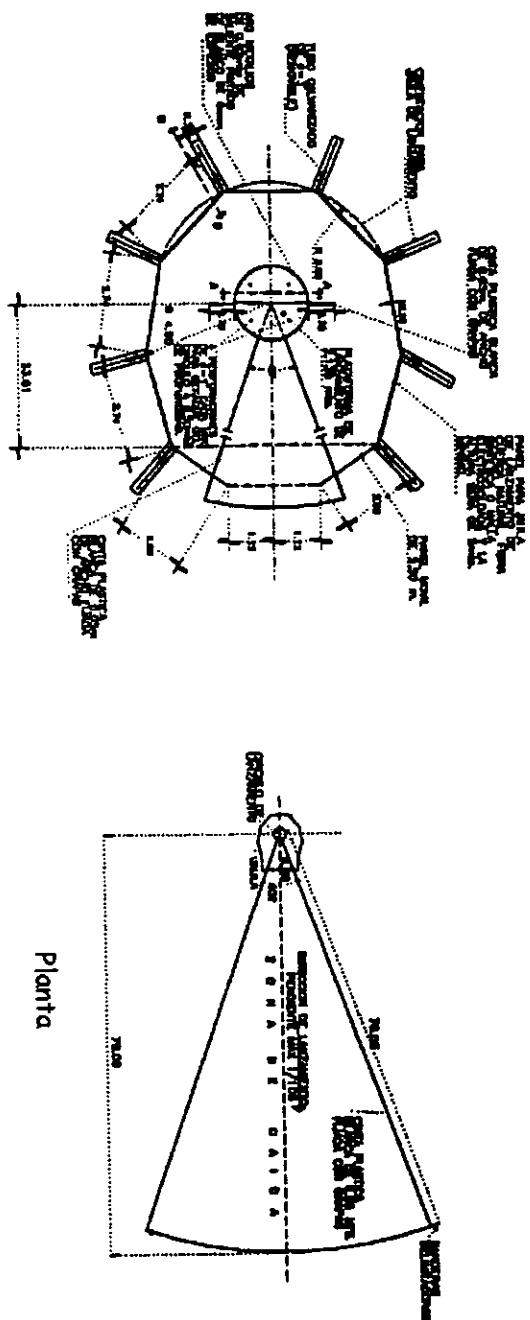


Corte A - A' s/e

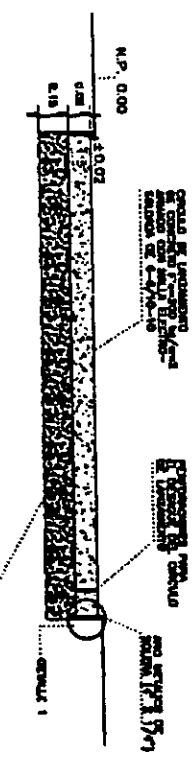

Corte B - B'

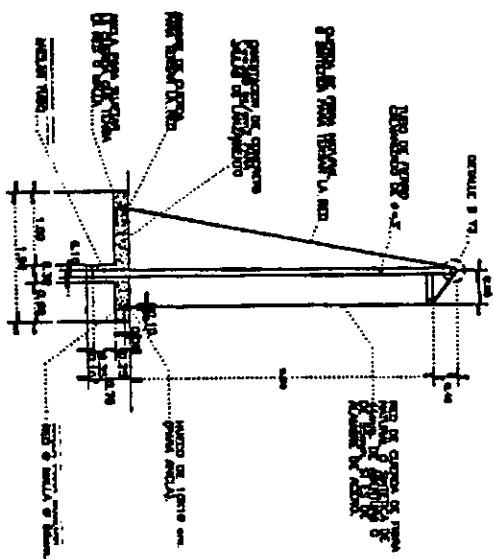


Patrones de diseño

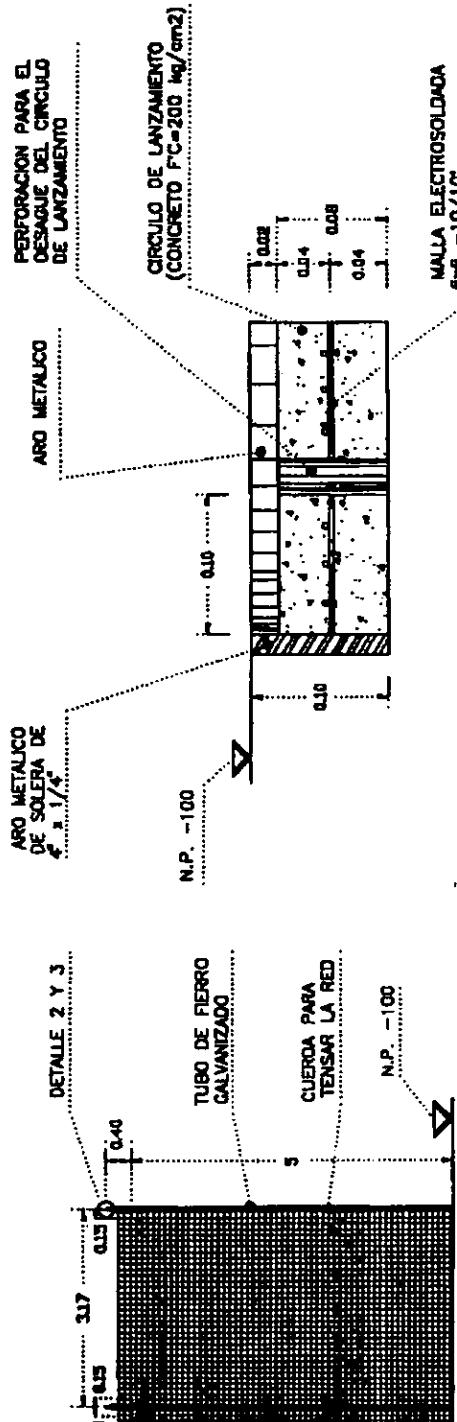


Vista 1-1


DETALLE 1

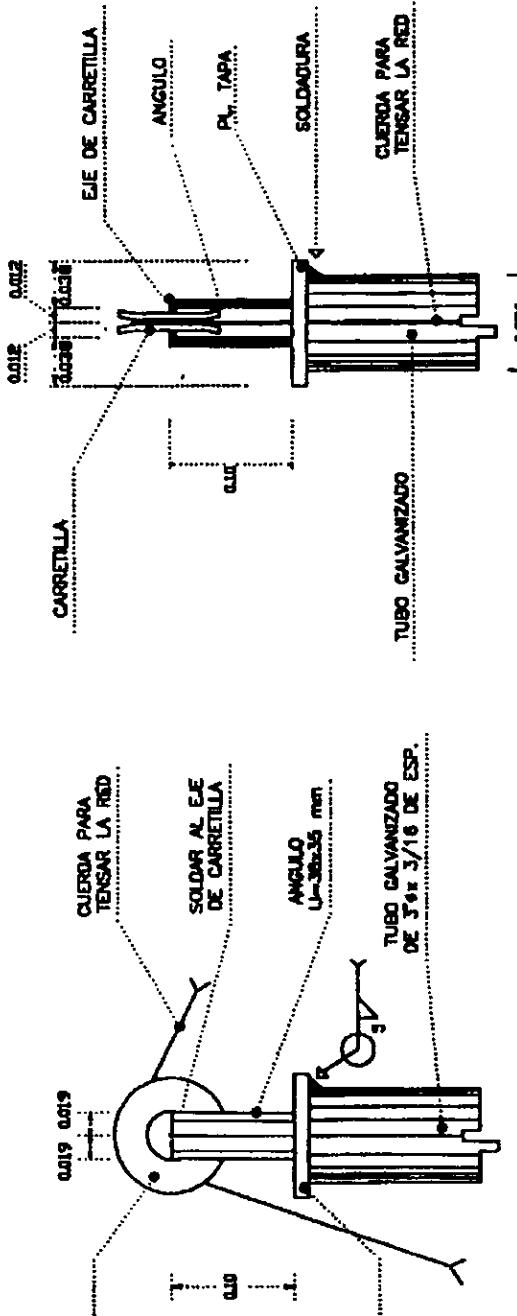


## Patrones de diseño

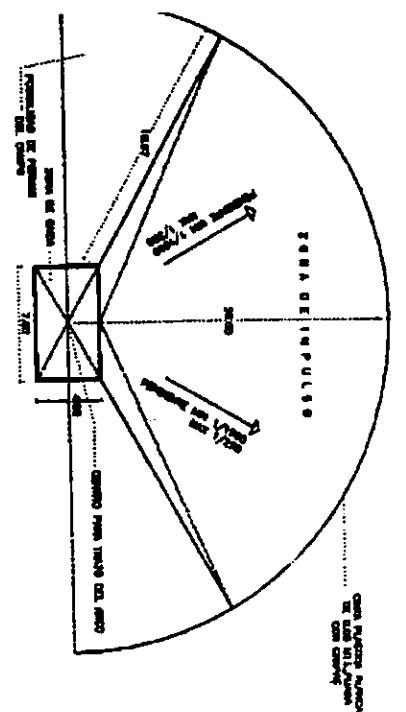


PLANTA

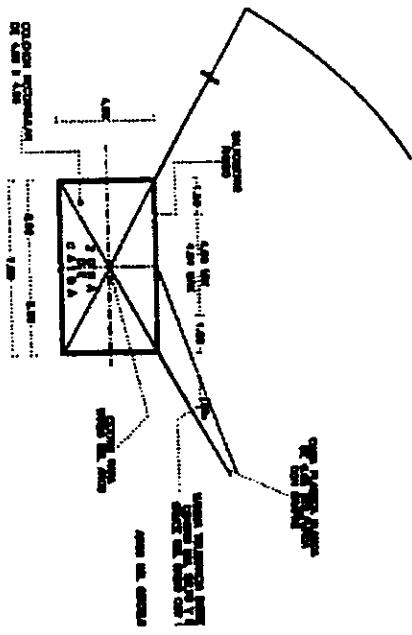

PLANTA

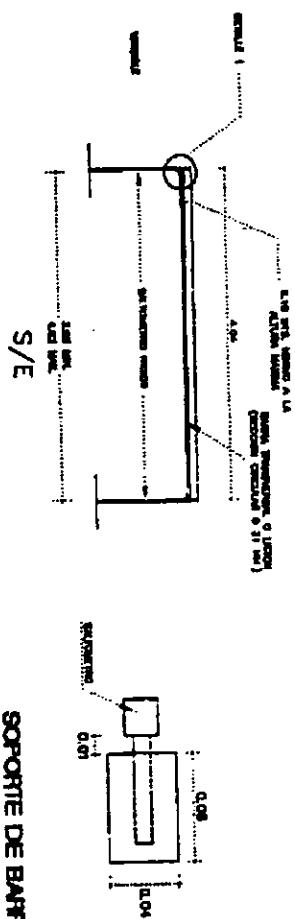

SOPORTE DE BARRA

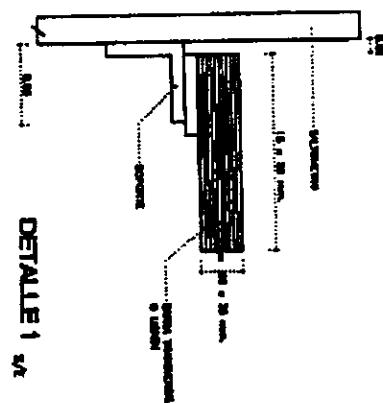


DETALLE 1

- SE PUEDE USAR UNA PIEZA DE 100 X 60 MM. X 10 MM. DE ALTO.
- SE PUEDE USAR UNA PIEZA DE 100 X 60 MM. X 10 MM. X 10 MM. DE ALTO.
- SE PUEDE USAR UNA PIEZA DE 100 X 60 MM. X 10 MM. X 10 MM. DE ALTO.


- NO SE RECOMIENDA USAR PIEZAS DE 100 X 60 MM. X 10 MM. X 10 MM. DE ALTO.
- NO SE RECOMIENDA USAR PIEZAS DE 100 X 60 MM. X 10 MM. X 10 MM. DE ALTO.
- NO SE RECOMIENDA USAR PIEZAS DE 100 X 60 MM. X 10 MM. X 10 MM. DE ALTO.

**Patrones de diseño**


106

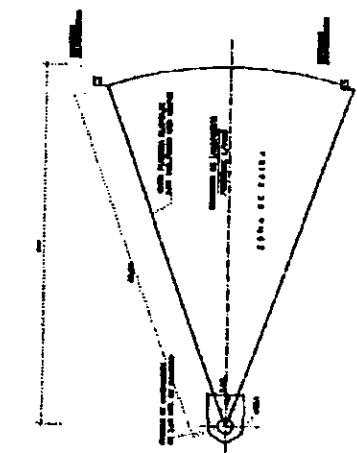


PLANTA ZONA DE LANZAMIENTO

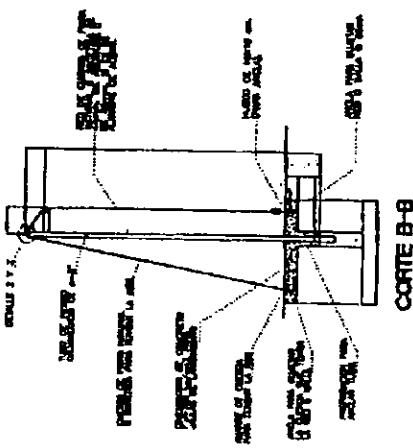


CORTE B-B

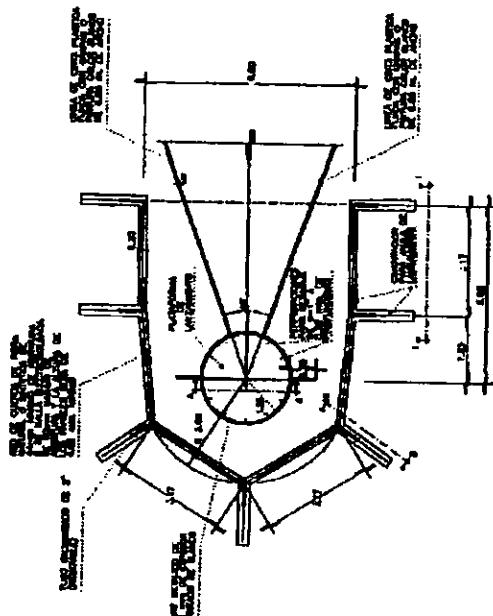

CIRCULO Y JAILA DE LANZAMIENTO

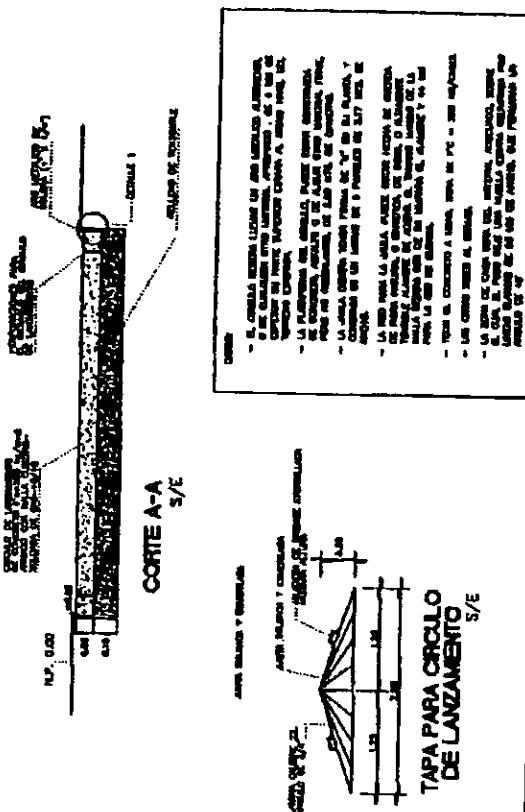


CORTE A-A  
S/E


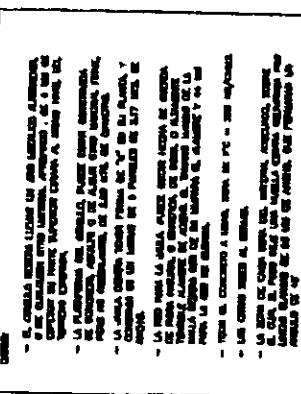


TAPA PARA CIRCUITO  
DE LANZAMIENTO  
S/E


Patrones de diseño

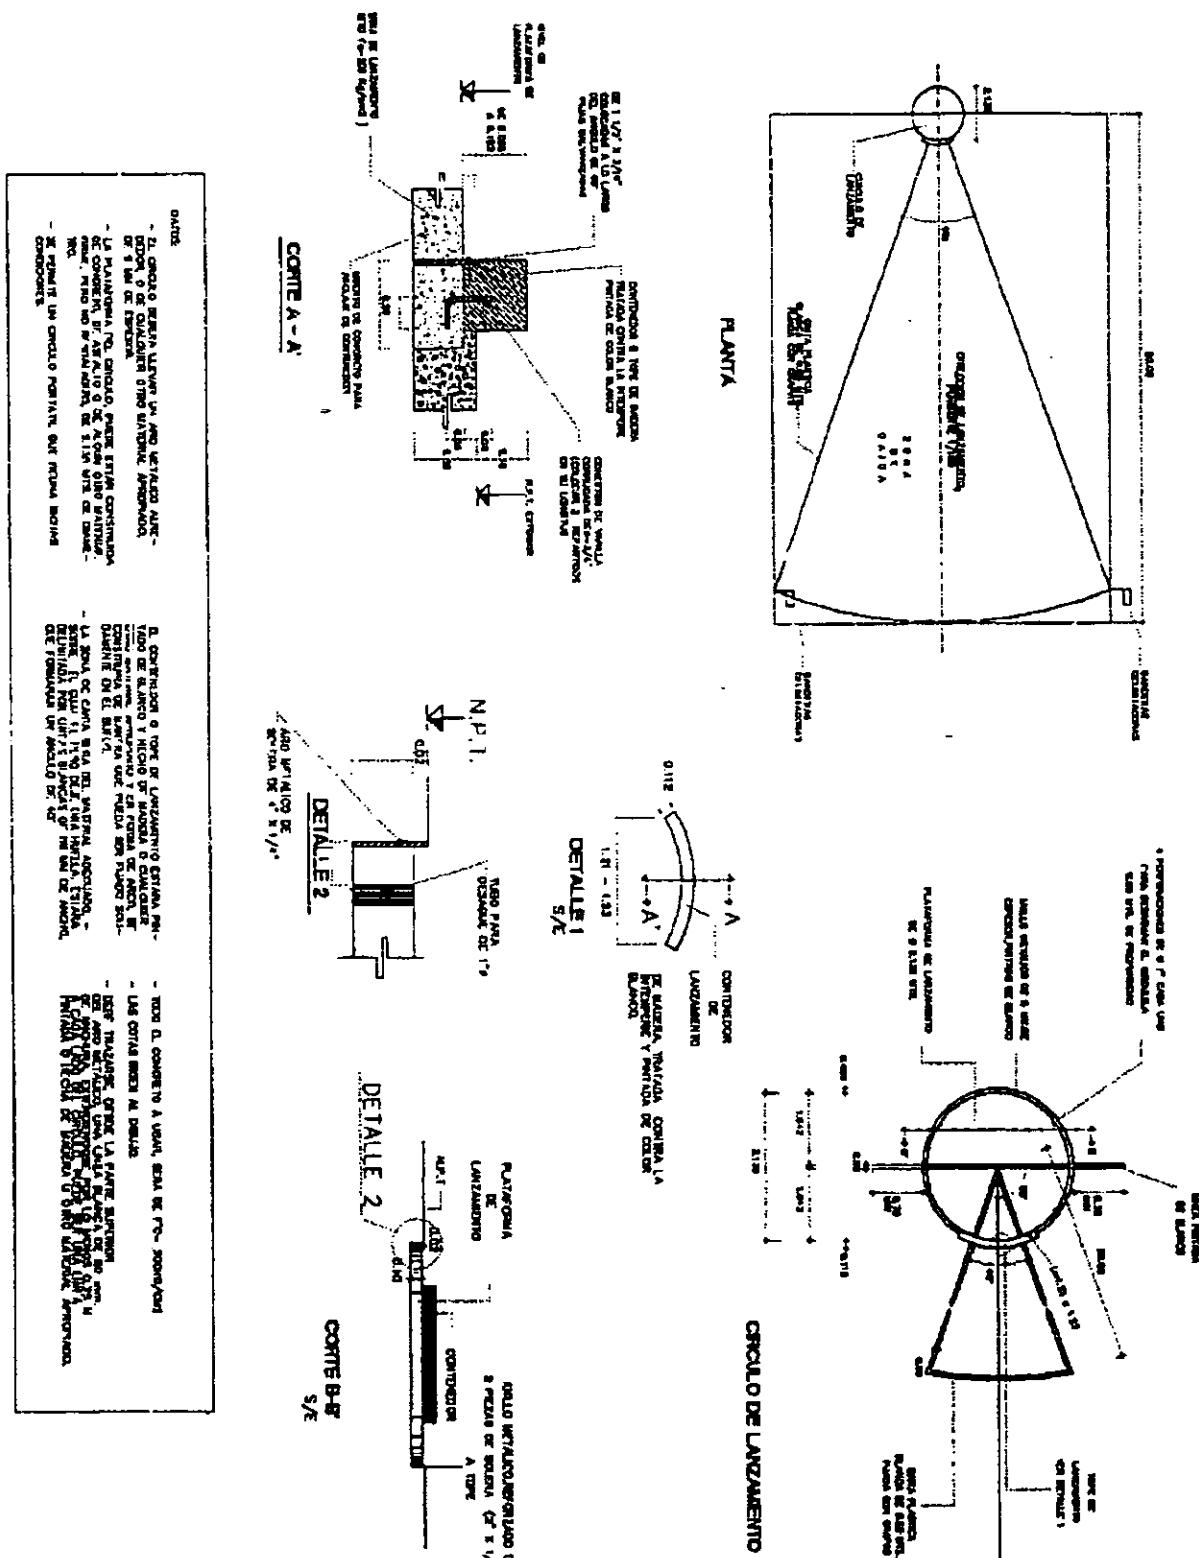


Patrones de diseño

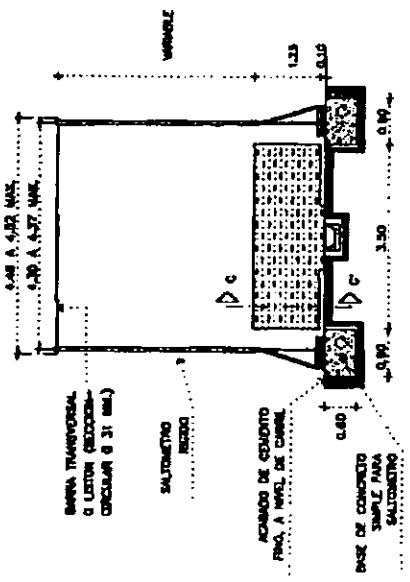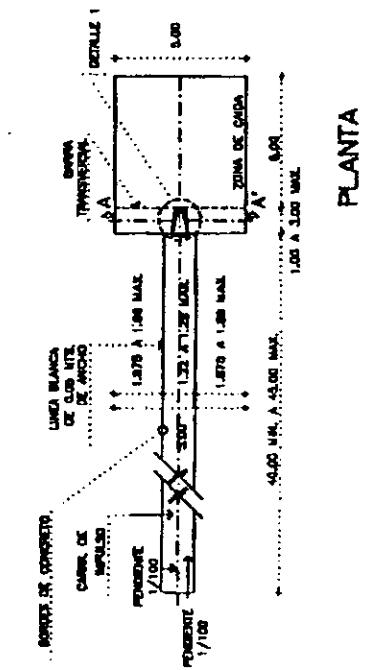


CORTE A-A'

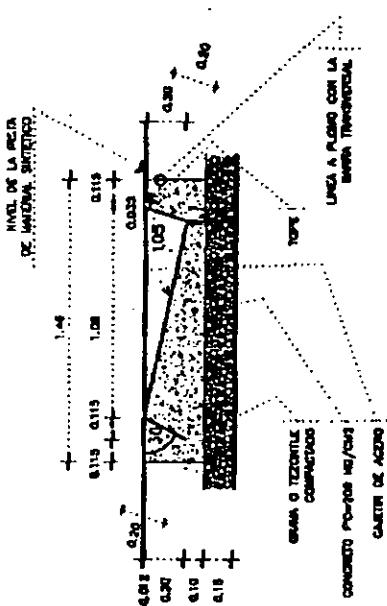

CORTE B-B

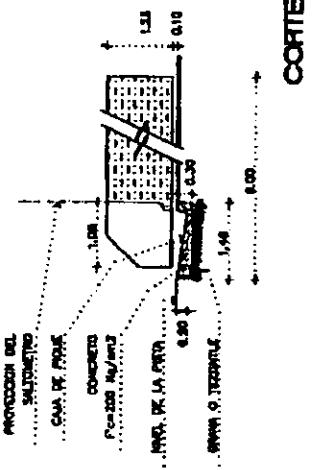


CONTÉ C-C  
S/E

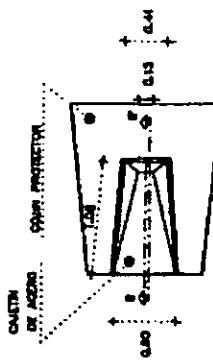

DETALLE S/E

## Patrones de diseño

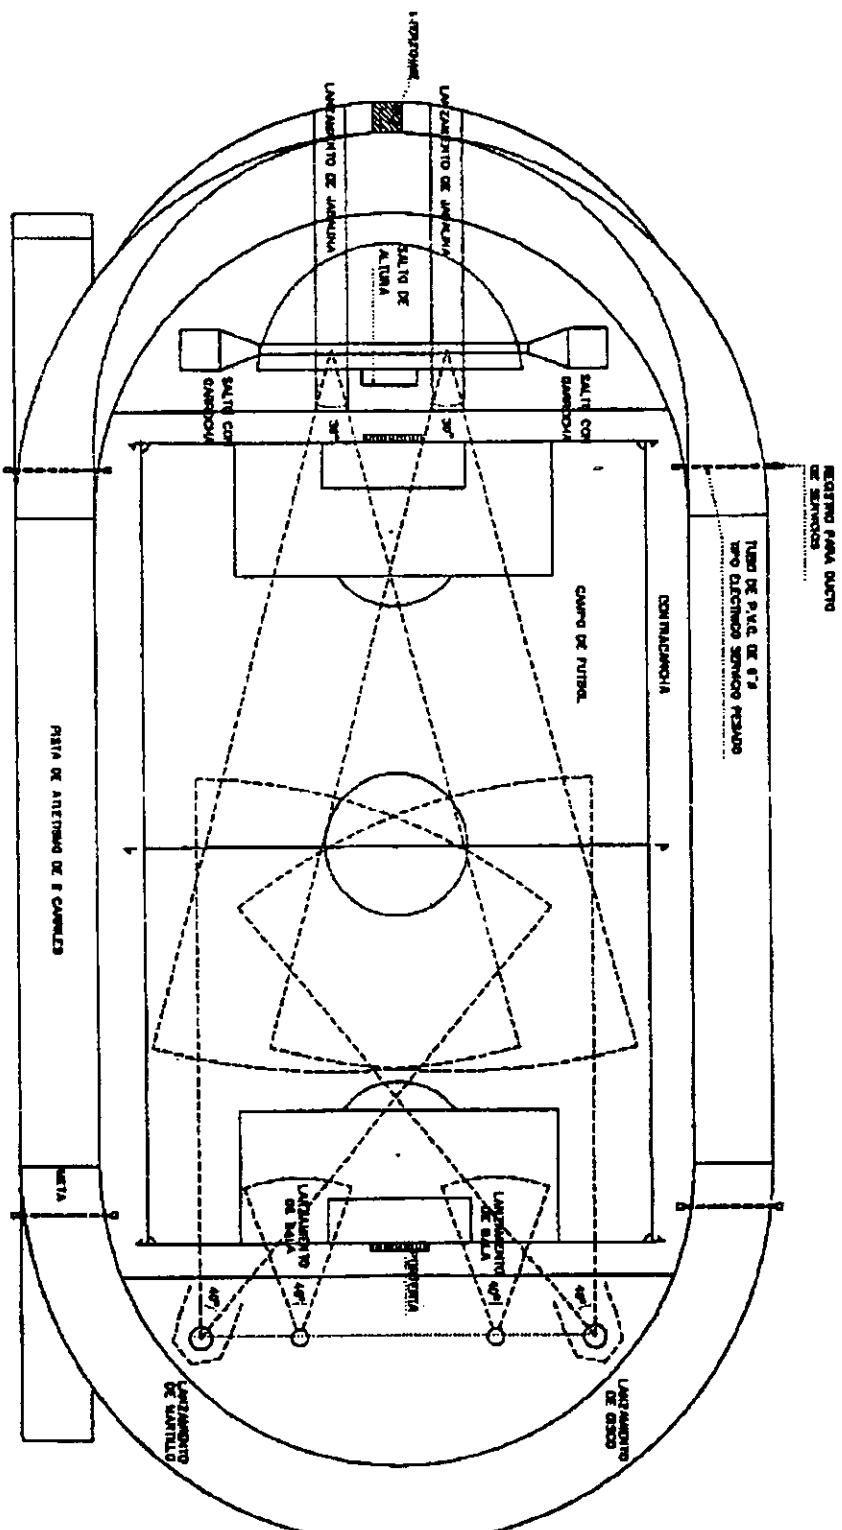


# PISTA DE ATLETISMO





Patrones de diseño

CORTE A - A'

VER DETALLES EN EL PLANO AT-15

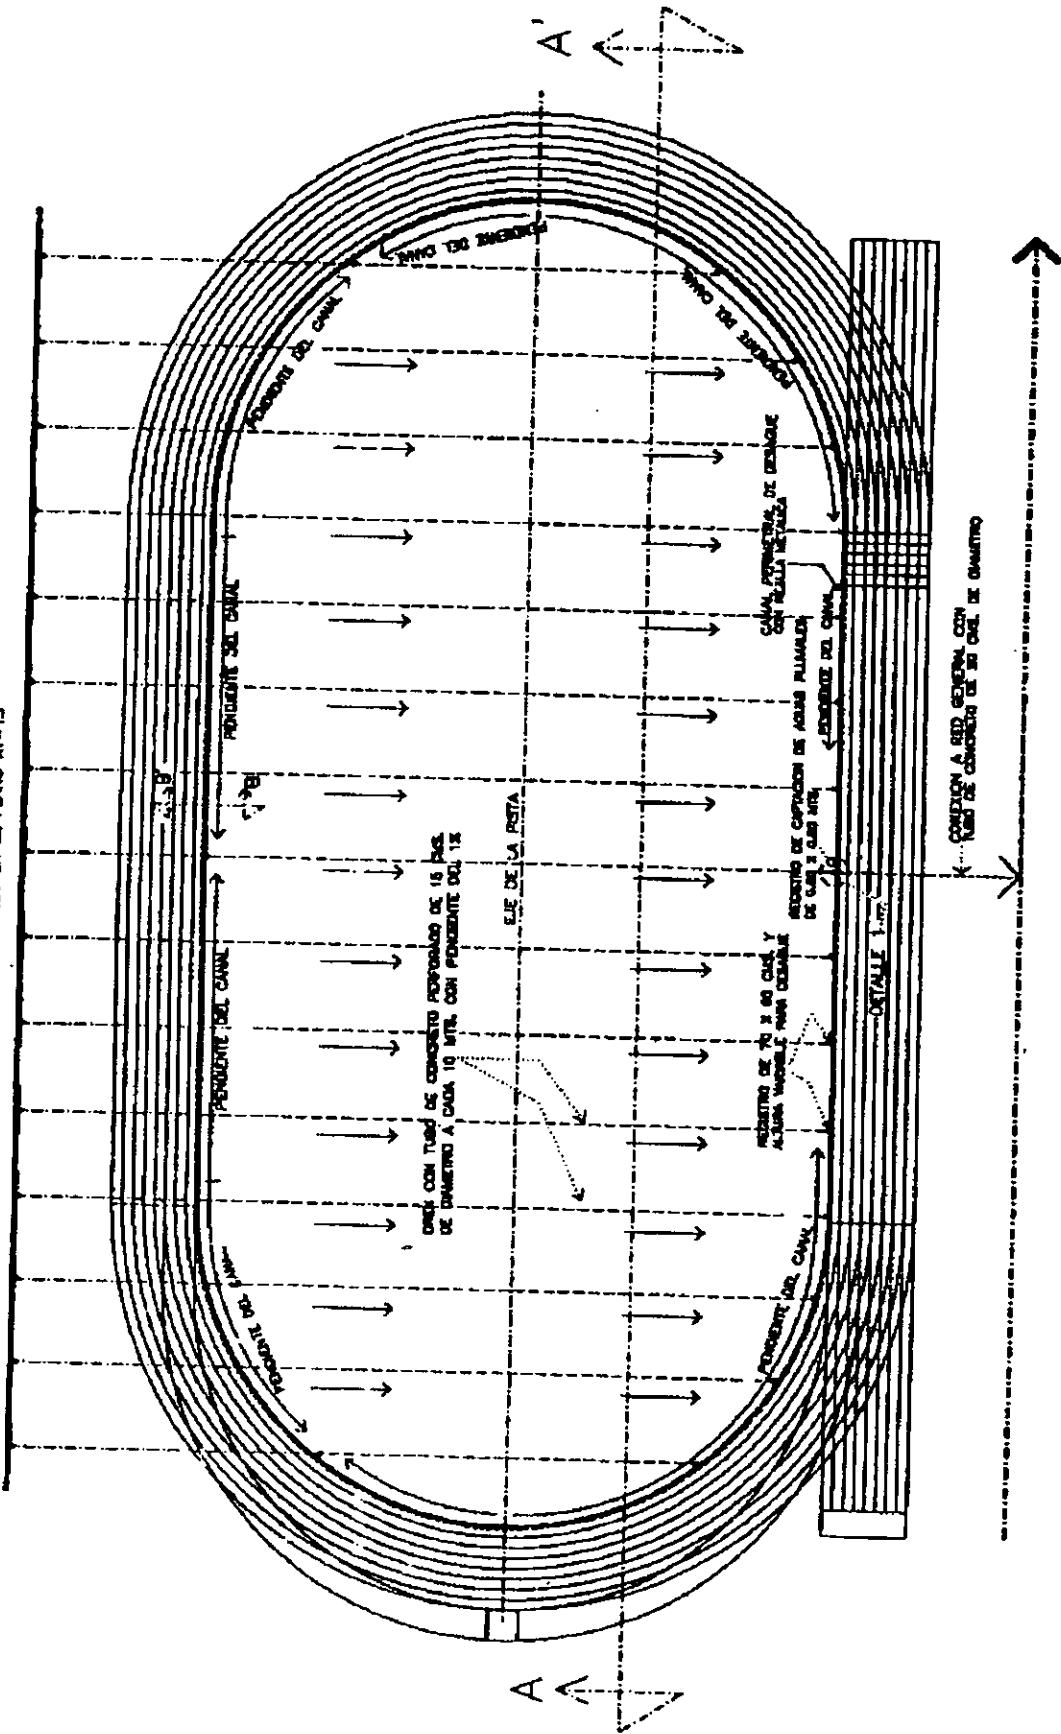


## Patrones de diseño

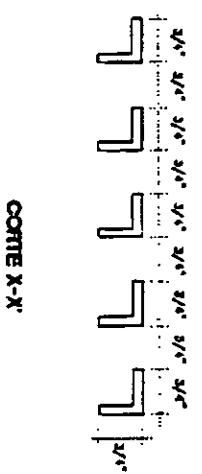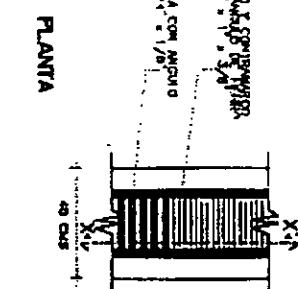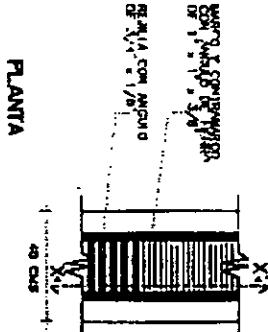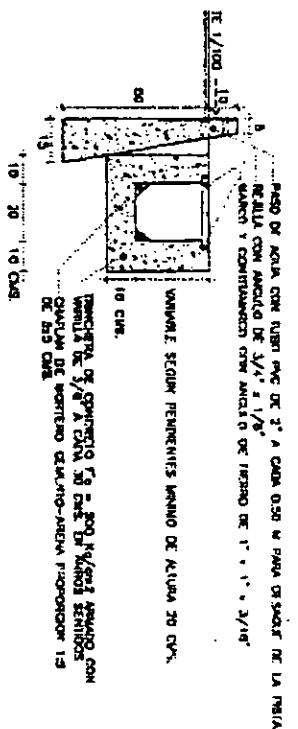


CORTE B-B'

PISTA DE ATLETISMO

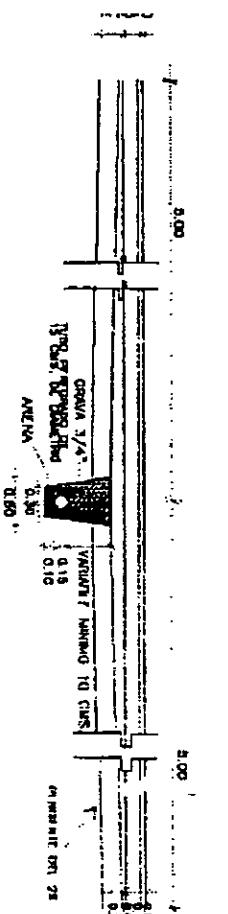

DETALLE 1

CORTE A - A' (CANCHA DE FUTBOL CON PASTOI)

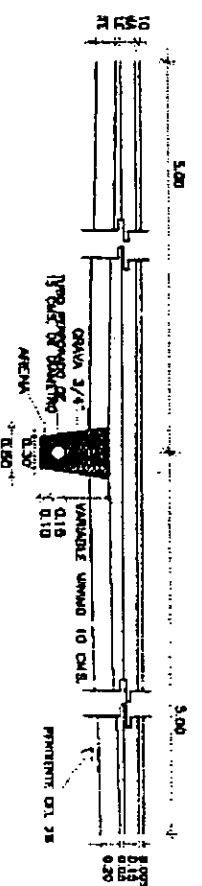

CORTE A - A' (CANCHA DE FUTBOL CON ARQUETA)

CORTE C-C'

FALTAN PAGINAS


De la:

1 1 2

A la:

1 1 3

## ARBOL DEL SISTEMA

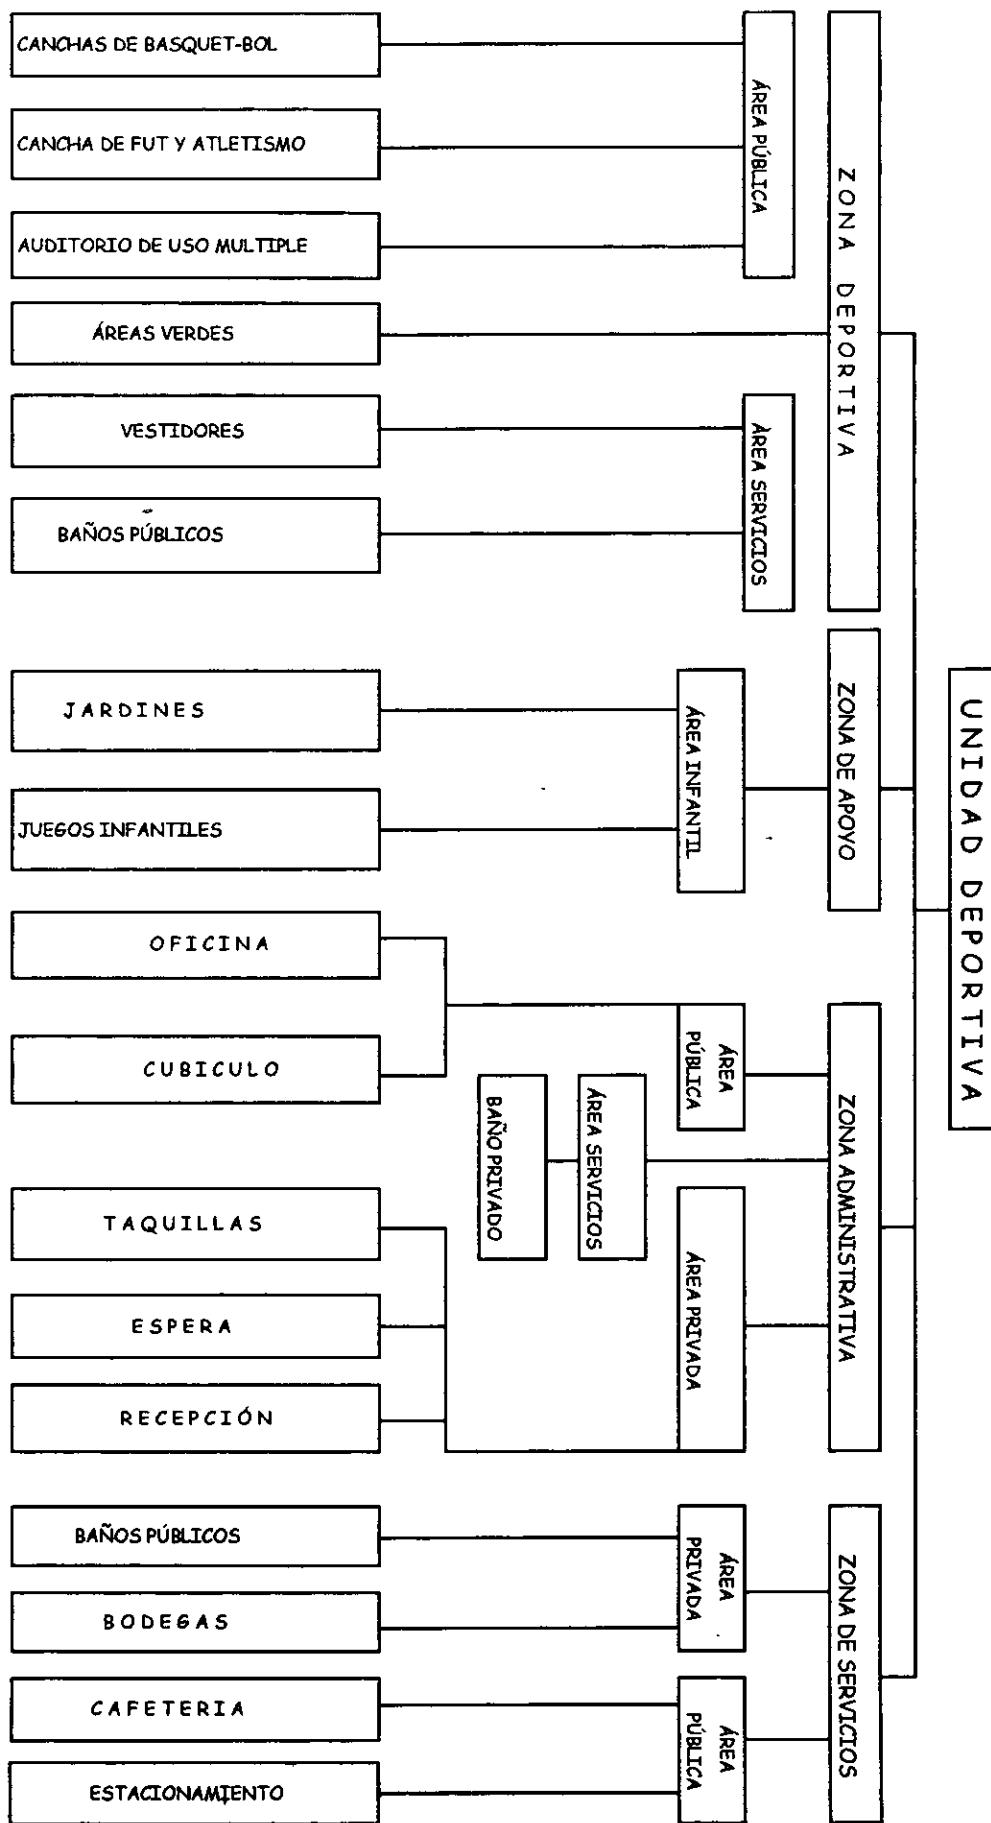


## PROGRAMA ARQUITECTÓNICO

|                               | CANT.  |
|-------------------------------|--|
| • ZONA DEPORTIVA.             |  |
| ◦ Canchas de basquet-bol      | (2) 1,080.00 m <sup>2</sup>                      |
| ◦ Cancha de fut-bol           | (1) 7,775.00 m <sup>2</sup>                      |
| ◦ Pista de atletismo.         | (1) 6,720.00 m <sup>2</sup>                      |
| ◦ Auditorio de usos múltiples | (1) 1,000.00 m <sup>2</sup>                      |
| ◦ Vestidores.                 | (1) 75.00 m <sup>2</sup>                         |
| ◦ Baños públicos.             | (1) 75.00 m <sup>2</sup>                         |
| ◦ Canchas de voli-bol.        | (1) 540.00 m <sup>2</sup>                        |
|                               | 19,490.00 m <sup>2</sup>                         |
| • ZONA DE APOYO.              |  |
| ◦ Juegos infantiles           | 400.00 m <sup>2</sup>                            |
| ◦ Jardines.                   | 500.00 m <sup>2</sup>                            |
| ◦ Áreas verdes.               | 900.00 m <sup>2</sup>                            |
| • ZONA ADMINISTRATIVA.        |  |
| ◦ Oficina.                    | 9.00 m <sup>2</sup>                              |
| ◦ Cubículo.                   | 7.00 m <sup>2</sup>                              |
| ◦ Taquilla.                   | 4.00 m <sup>2</sup>                              |
| ◦ Espera.                     | 7.00 m <sup>2</sup>                              |
| ◦ Recepción.                  | 8.00 m <sup>2</sup>                              |
| ◦ Baño privado.               | 4.00 m <sup>2</sup>                              |
|                               | 39.00 m <sup>2</sup>                             |
| • ZONA DE SERVICIOS.          |  |
| ◦ Baños públicos.             | (1) 75.00 m <sup>2</sup>                         |
| ◦ Bodega.                     | (2) 8.00 m <sup>2</sup>                          |
| ◦ Cafetería.                  | (1) 50.00 m <sup>2</sup>                         |
| ◦ Estacionamiento.            | 1 P/C 150 M <sup>2</sup> 1,150.00 m <sup>2</sup> |
| TOTAL =                       | 21,712.00 m <sup>2</sup> 1,283.00 m <sup>2</sup> |

### Diagrama de ligas.

UNIDAD DEPORTIVA

- Ligas indirectas
- Ligas directas.

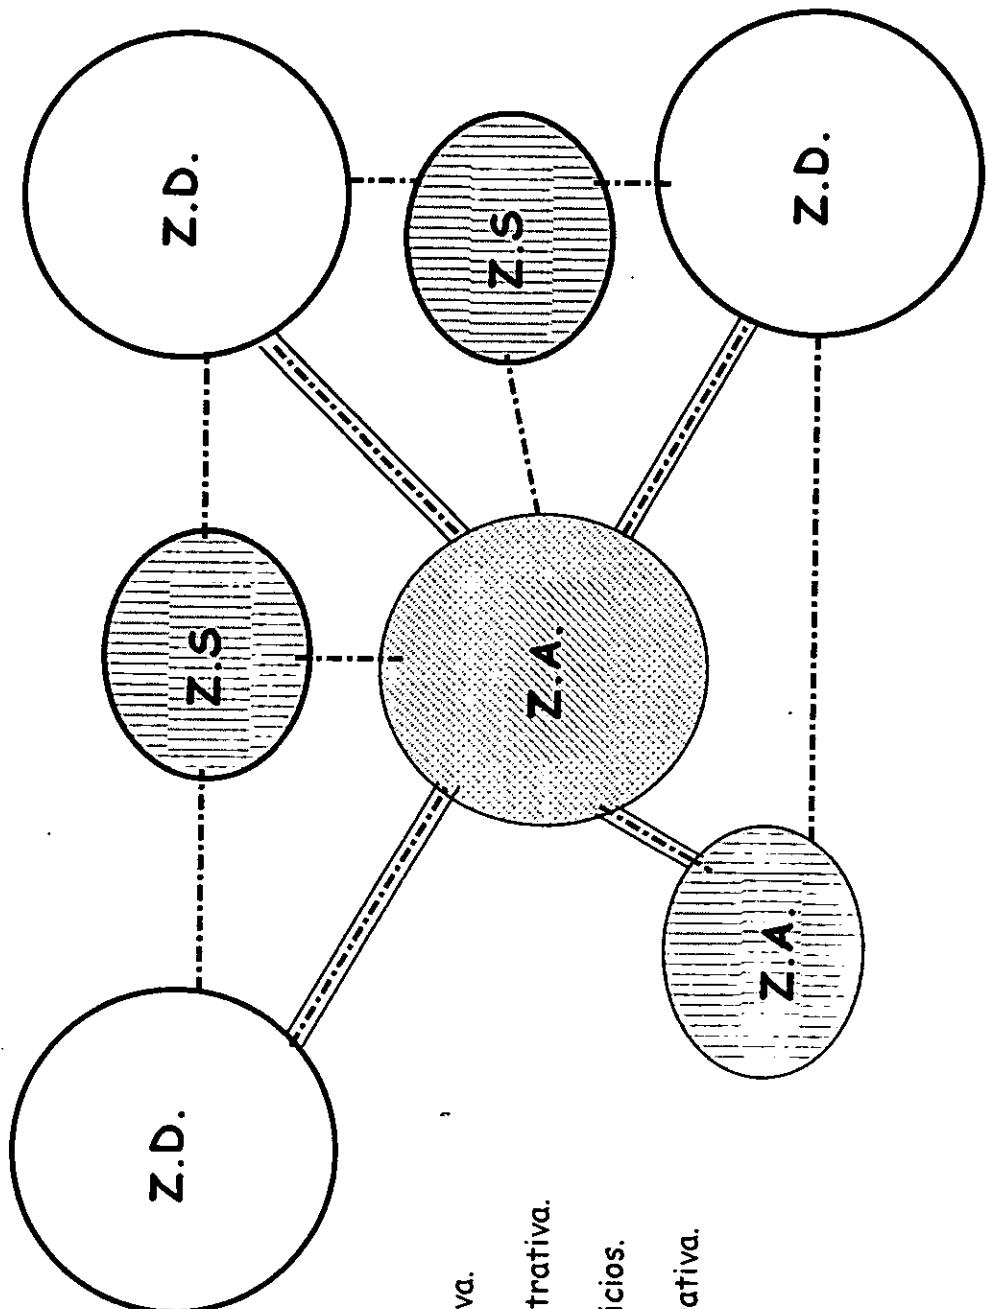

Z.D. = Zona deportiva.

Z.A. = Zona administrativa.

Z.S. = Zona de servicios.

Z.D. Zona administrativa.

LO LEGAL.

**GOBIERNO DEL ESTADO DE MICHOACÁN**  
**INSTITUTO MICHOAQUANO DE LA JUVENTUD Y EL DEPORTE**  
**DEPARTAMENTO DE INGENIERÍA, MANTENIMIENTO Y CONSTRUCCIÓN**  
**DE INSTALACIONES DEPORTIVAS.**

**PROYECTOS TIPO DE INSTALACIONES DEPORTIVAS.**

## **INSTALACIONES DEPORTIVAS.**

### **ART. 94 DRENAJE.**

*El terreno destinado a campos e instalaciones deportivas deberá estar convenientemente drenado ya sea por métodos artificiales o por pendientes naturales.*

### **ART. 95 ALBERCAS.**

*Deberán demarcarse debidamente las zonas para natación y para clavados, y señalarse en un lugar visible, la profundidad máxima y mínima el punto donde la profundidad sea de 1.50 m y donde cambie de pendiente el piso.*

### **ART. 96 VESTIDORES.**

*En cualquier instalación deportiva se contará con un núcleo de vestidores y dependiendo el tipo de la misma así serán determinados en uso y cantidad los vestidores.*

### **ART. 97 GRADERÍAS.**

*Las instalaciones deportivas que cuenten con graderías tomarán en cuenta los materiales de las mismas. Estos deben ser incombustibles y la oficina de urbanística se encargará de autorizar el uso de madera en casos especiales.*

#### **ART. 98 SANITARIOS.**

Toda instalación deportiva deberá contar con servicios sanitarios suficientes e higiénicos que se destinarán en uso y cantidad en base a la instalación deportiva.

#### **ART. 99 REGADERAS.**

En los edificios para baños, el departamento para regaderas tendrá como mínimo una regadera por cada cuatro casilleros o vestidores, sin comprender las regaderas de uso frecuente.

#### **ART. 101 RECOBERTIMIENTOS.**

Los baños públicos deberán tener pisos antiderrapantes, recubrimientos de muros y techos de materiales impermeables, lisos y de fácil aseo, los ángulos deberán redondearse para evitar filos.

#### **ART. 102 VENTILACIÓN.**

La ventilación de los edificios para baños serán suficientes para evitar una concentración inconveniente de bióxido de carbono.

## **ART. 103 ILUMINACIÓN.**

La iluminación de los edificios para baños podrá ser natural o artificial; cuando sea natural, las ventanas tendrán una superficie mínima igual a un octavo de la superficie del piso del local y, cuando sea artificial se propondrá por medio de instalaciones eléctricas adecuadas para resistir humedad.

## **ART. 104 SERVICIOS SANITARIOS.**

En edificios para baños, los departamentos de hombres tendrán como mínimo un excusado, dos mingitorios y un lavabo por cada doce casilleros o vestidores. Los de mujeres tendrán como mínimo un excusado y un lavabo por cada doce casilleros o vestidores.

## **ART. 106 INSTALACIONES HIDRÁULICAS.**

Las instalaciones hidráulicas de las instalaciones deportivas deben ser de fácil acceso para su mantenimiento y conservación. Así mismo, el tendido de las redes debe hacerse previendo los pasos de instalaciones sanitarias.

#### **ART. 182 CAJONES**

En los estacionamientos se marcarán cajones, cuyas dimensiones serán de dos metros por cuatro metros o de dos treinta por cinco metros y cincuenta centímetros delimitando a los topes colocados a setenta y cinco centímetros y un metro veinticinco centímetros respectivamente de los patios, muros y fachadas.

#### **ART. 187 LOTES.**

Cuando no se construyan edificios o sitios para estacionamiento de vehículos si no se utilice el terreno, éste deberá pavimentarse y drenarse adecuadamente, contar con entradas y salidas independientes, tendrán delimitadas las áreas de circulación, para definir los cajones contarán con topes de disminución de velocidad, así como bardas de 2.50 m mínimo para cubrir el área.


## **PRESENTACIÓN.**

El Gobierno del estado, a través del Instituto Michoacano de la Juventud y el Deporte, tomando como base las inquietudes mostradas por los Presidentes Municipales y los estudios realizados por el propio Instituto, ha elaborado este "Catálogo de Instalaciones Deportivas", con el objeto de instrumentar una serie de lineamientos y normas técnicas que vengan a unificar criterios sobre concepción y diseño de proyectos de Instalaciones Deportivas y que sirvan como soporte, para apoyar aquellos Municipios interesados en crear espacios deportivos, para que cuenten con la base de escoger la mejor opción de acuerdo a las necesidades y posibilidades de los mismos.

**EL DIRECTOR DEL INSTITUTO  
MICHOACANO DE LA JUVENTUD Y EL DEPORTE.**

**C. ROBERTO E. MONROY GARCÍA.**

**GOBIERNO DEL ESTADO DE MICHOACÁN.  
INSTITUTO MICHOACANO DE LA JUVENTUD Y EL**

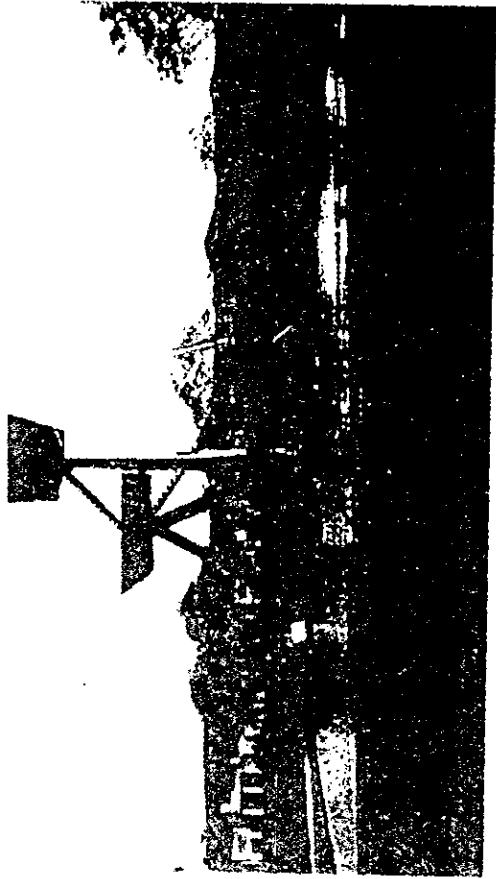

**DEPORTE.**

**DEPARTAMENTO DE INGENIERÍA, MANTENIMIENTO Y  
CONSTRUCCIÓN DE INSTALACIONES DEPORTIVAS.**

**PROYECTOS TIPO DE INSTALACIONES DEPORTIVAS.**

## **RECOMENDACIONES.**

Tomando en consideración que regularmente las autoridades Federales, Estatales o Municipales son los encargados de localizar y proponer el terreno para la construcción de Instalaciones Deportivas y que éste es producto de donación, expropiación o permuto, muchas de las veces dicho terreno no es el adecuado para un fin determinado, por lo cual, a continuación se exponen algunas recomendaciones que esperamos sirvan para una mejor selección del predio.

**Se recomienda que la ubicación de los predios estén en zona habitacional, centro vecinal de barrio y en calle local y principal.**

**Se recomienda la ubicación del predio en zona comercial, oficina de servicios, en subcentro urbano y centro urbano, en calle o andador y avenida secundaria.**

**No se recomienda la ubicación del Centro Deportivo en zona industrial, agrícola o pecuaria, corredor urbano, fuera del área urbana, en Av. Principal, autopista urbana y vialidad regional.**

**Los predios deberán estar ubicados cerca de los centros de estudios, o bien en Colonia con alta densidad urbana y cercanos a vialidades secundarias.**

La superficie del predio deberá ser la necesaria que satisfaga las necesidades de instalaciones que previo estudio se haya efectuado para determinar el tipo de deportes que con mayor frecuencia se practiquen en la localidad, agregándole según el caso, el área administrativa, servicios médicos, salón de uso múltiples, vestidores y servicios sanitarios.

Se escogerán los predios con menor pendiente posible, procurando que sean planos, pues se consideran éstos los más adecuados para este tipo de obras.

El caso del que el terreno propuesto contará con pendientes, se deberá procurar evitar ubicar las instalaciones atendiendo las curvas de nivel con orientación norte-sur, siempre y cuando esta pendiente no sea muy fuerte, pues no es recomendable ejecutar cortes ni rellenos mayores a 2.00 metros. El predio destinado para la construcción de instalaciones deportivas, deberá contar con servicios de agua potable, drenaje y energía eléctrica; de no existir estos servicios, deberá tramitarse con las autoridades correspondientes la donación de los mismos.

Los terrenos destinados para la construcción de una unidad deportiva, deberán constar con accesos adecuados, de no existir esto último se debe contemplar su construcción, tanto en beneficio del proceso de la obra como de los usuarios, al término de ésta.

Es recomendable también, que antes de iniciar el proyecto de la instalación, se efectúen estudios de mecánica de suelos con el objeto de rechazar el terreno o bien adecuarlo a las condiciones y características del mismo.

Con objeto de abatir costos en la construcción y mantenimiento de las instalaciones, se deberán utilizar materiales propios de la región.

**Sistema Normativo de equipamiento en función del número de habitantes.**

| HABITANTES                | ELEMENTO DEPORTIVO | MÓDULO TIPO | M <sup>2</sup> SUPERFICIE DEL TERRENO | JERARQUÍA URBANA Y NIVEL DE SERVICIO | ESTACIONAMIENTO CAJONES | PROPORCIÓN DEL PREDIO ANCHO Y LARGO | FUENTE MÍNIMA. |
|---------------------------|--------------------|-------------|---------------------------------------|--------------------------------------|-------------------------|-------------------------------------|----------------|
| 2170 Módulo deportivo     | C                  | 684         | Rural                                 | No aplicable                         |                         | 1:1 a 1:2                           | 30 M           |
| 29385 Módulo deportivo    | B                  | 9505        | Medio                                 | APLICABLE                            |                         | 8 1:1 a 1:2                         | 80             |
| 75134 Módulo deportivo    | A                  | 23856       | Medio                                 |                                      | 20                      | 1:1 a 1:2                           | 120            |
| 98801 Centro deportivo    | C                  | 25618       | Medio                                 |                                      | 79                      | 1:1 a 1:2                           | 100            |
| 388188 Centro deportivo   | B                  | 38465       | Medio                                 |                                      | 112                     | 1:1 a 1:2                           | 130            |
| 451212 Centro deportivo   | A                  | 44833       | Medio                                 |                                      | 138                     | 1:1 a 1:2                           | 150            |
| 269880 Unidad deportiva   | C                  | 56732       | Intermedio                            |                                      | 208                     | 1:1 a 1:2                           | 200            |
| 382733 Unidad deportiva   | B                  | 80425       | Intermedio                            |                                      | 292                     | 1:1 a 1:2                           | 200            |
| 454285 Unidad deportiva   | A                  | 100839      | Estatal                               |                                      | 367                     | 1:1 a 1:2                           | 200            |
| 1'023330 Ciudad deportiva | A                  | 158060      | Regional                              |                                      | 770                     | 1:1 a 1:2                           | 300            |

# PROGRAMA ARQUITECTÓNICO GENERAL DE LOS DISTINTOS ELEMENTOS DEPORTIVOS.

COMPONENTE ARQUITECTÓNICO

MOD. DEP.

MOD. DEP. CEN. DEP. CEN. DEP. CEN. DEP.

UNID. DEP.

UNID. DEP. CIUDAD DEPORTIV A.

|                                   |   |   |   |   |   |   |   |   |    |
|-----------------------------------|---|---|---|---|---|---|---|---|----|
| <b>Acceso peatonal.</b>           | 1 | 1 | 1 | 1 | 1 | 1 | 1 | 1 | 1  |
| <b>Acceso secundario.</b>         |   |   |   |   |   | 1 | 2 | 2 | 2  |
| <b>Administración</b>             |   | 1 | 1 | 1 | 1 | 1 | 1 | 1 | 1  |
| <b>Servicios</b>                  |   | 1 | 1 | 1 | 2 | 2 | 2 | 4 | 6  |
| <b>Cancha de usos múltiples</b>   | 1 | 1 | 1 | 1 | 2 | 4 | 4 | 6 | 12 |
| <b>Cancha de fut-bol</b>          |   | 1 | 1 | 1 | 2 | 2 | 2 | 3 | 4  |
| <b>Cancha de béisbol</b>          |   | 1 | 1 | 1 | 1 | 1 | 2 | 2 | 2  |
| <b>Pista de atletismo</b>         |   | 1 | 1 | 1 | 1 | 1 | 1 | 1 | 1  |
| <b>Gimnasio cubierto</b>          |   |   |   |   |   |   |   |   |    |
| <b>Alberca y fosa de clavados</b> |   |   |   |   |   |   |   |   |    |
| <b>Frontón</b>                    |   |   |   |   |   |   |   |   |    |
| <b>Cancha de tenis</b>            |   |   |   |   |   |   |   |   |    |
| <b>Gimnasio al aire libre</b>     |   |   |   |   |   |   |   |   |    |
| <b>Ciclopista</b>                 |   |   |   |   |   |   |   |   |    |
| <b>Cancha de soft-bol</b>         |   |   |   |   |   |   |   |   |    |
| <b>Cancha de Fut-bol rápido</b>   |   |   |   |   |   |   |   |   |    |
| <b>Juegos infantiles</b>          |   |   |   |   |   |   |   |   |    |
| <b>Medicina deportiva</b>         |   |   |   |   |   |   |   |   |    |
| <b>Cafetería</b>                  |   |   |   |   |   |   |   |   |    |
| <b>Almacén y Mantenimiento</b>    |   |   |   |   |   |   |   |   |    |
| <b>Plaza cívica</b>               | 1 | 1 | 1 | 1 | 1 | 1 | 1 | 1 | 1  |
| <b>Áreas verdes</b>               |   | 1 | 1 | 1 | 1 | 1 | 1 | 1 | 1  |
| <b>Estacionamiento.</b>           |   | 1 | 1 | 1 | 1 | 1 | 1 | 1 | 1  |

aplicable

# FALTAN PAGINAS


De la:

1 3 0

A la:

1 3 4

# EL TERRENO

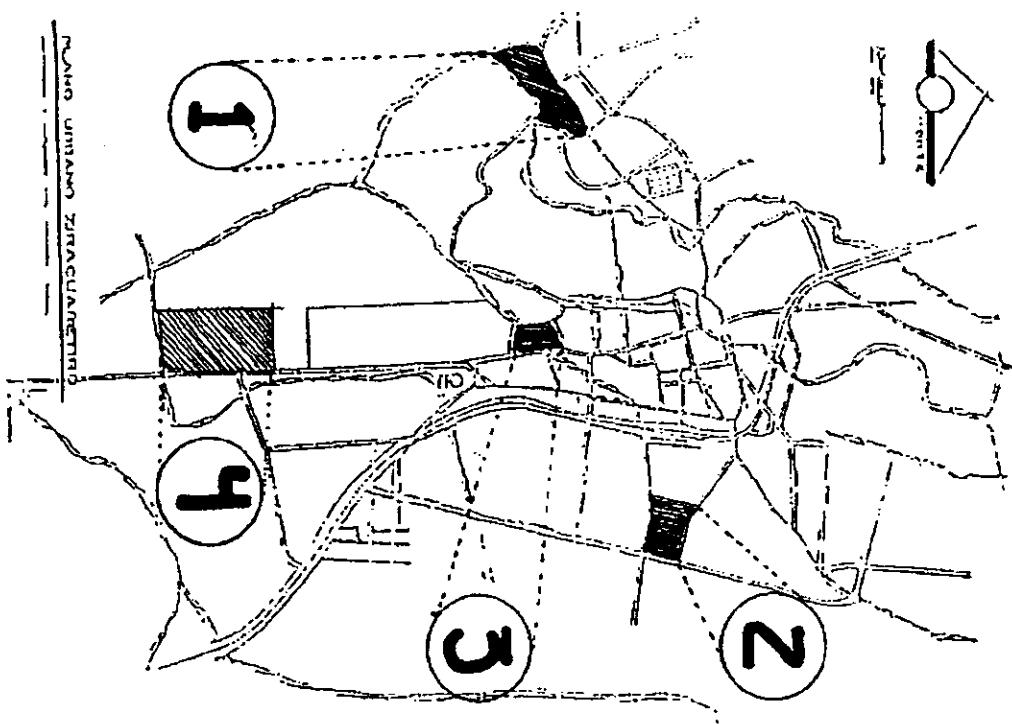



EL TERRENO

Dentro de la localidad de Ziracuaretiro situamos 4 terrenos que, de acuerdo a los lineamientos de SEDUE y del propio organismo (INJUDE) Instituto Nacional de la Juventud y el deporte cumple, en gran proporción con lo establecido para la selección del terreno y también se debe considerar que regularmente las autoridades federales son las que proponen y definen el propio terreno, ya que al proponerlo y ubicarlo, no siempre se toman en cuenta las principales recomendaciones para el buen funcionamiento de propio inmueble algunas de las recomendaciones para mejor selección del predio son:

- Se recomienda que el predio se ubique en zona habitacional.
  - No se recomienda el predio dentro de zonas: industriales, agrícolas o pecuarias.
  - Los predios deben situarse próximos a zonas de estudios o escolares.
  - La superficie deberá ser la adecuada y necesaria para satisfacer por completo las instalaciones deportivas previendo un área de crecimiento con proyección a futuro.

## SELECCIÓN 4

El terreno que presento como la selección 4 es el más importante ya que responde a uno de los fines que tiene el módulo deportivo y el destacado que es el agrupar y reunir gente de las comunidades vecinales a la de Ziracuaretiro, este terreno aun no cuenta con un uso específico porque gran parte de sus dimensionamiento, no es usado ni para actividades agrícolas y aunque anteriormente era destinado a ese mismo uso ya no lo tiene esto lo hace también la propuesta a elegir además de que su ubicación auxilia al usuario de la región porque se sitúa en una zona de convergencia social y muy cercana a balnearios y a la propia carretera federal.

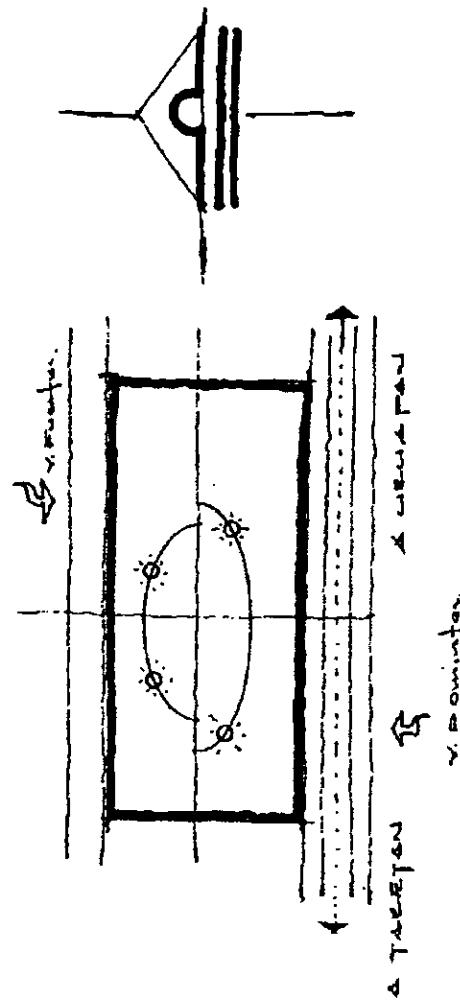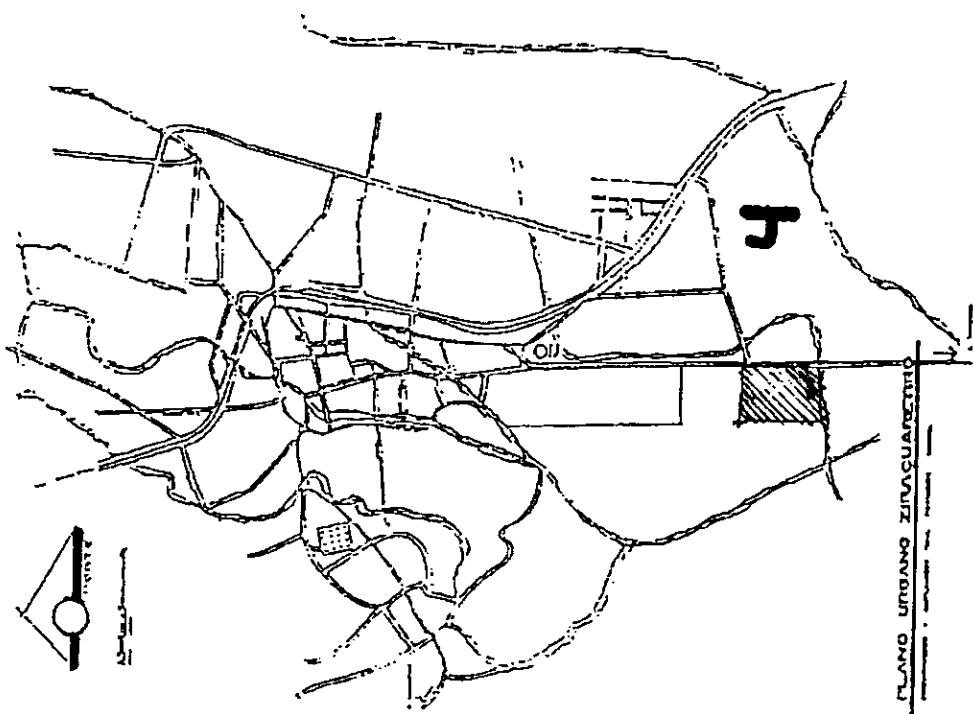


## SELECCIÓN 4

### VENTAJAS.

- Ubicación dentro de vialidad primaria.
- Se encuentra en una zona social.
- Fácil detección del mismo.
- Buenas dimensiones.
- No tiene uso actual específico.
- Cuenta con servicios de infraestructura.
- No se tienen preexistencias.
- Fácil acceso.
- Contexto abierto.
- Superficie adaptable.
- No cuenta con grandes desniveles que los indica el reglamento de la CONADE.
- Cercano regular a zona habitacional.

### DESVENTAJAS.

- No se tienen posibilidades de ampliaciones.
- Faltan áreas arboladas.
- Su costo es un % por ciento más alto.

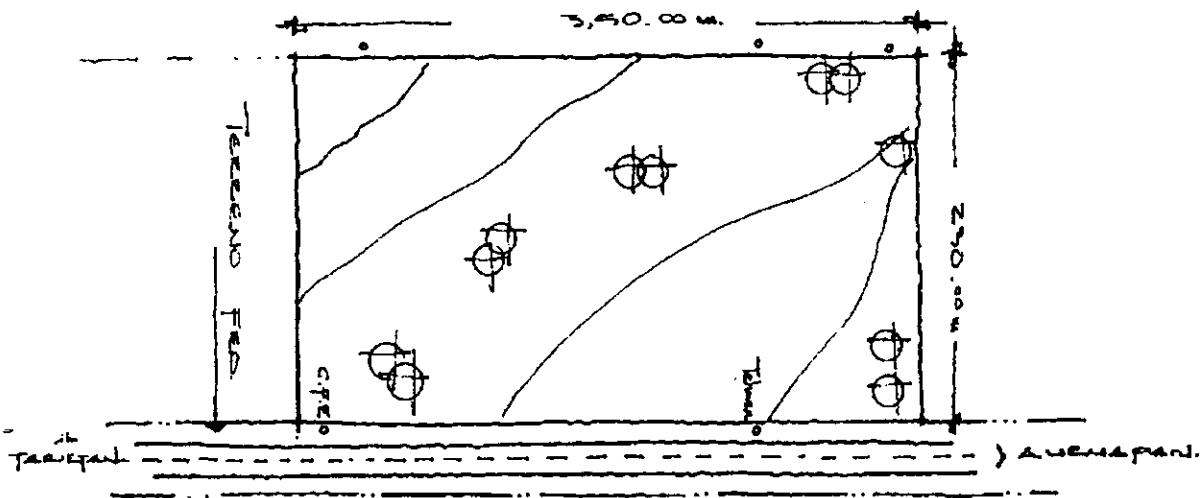


**NOTA:**

1. El terreno número 4 es la selección justa porque cumple con la mayoría de los puntos que nos dan la base para la propuesta del Módulo Deportivo en Ziracuaretiro por lo cual:
  - Es el terreno que selecciono para la puesta de mi proyecto.


# HIPÓTESIS

## CONCEPTO

CONJUNTO: agrupación de formas, cosas u objetos para lograr un fin determinado y debe cumplir con algunas características para lograr: armonía, acrimonia, pasividad o movimiento.

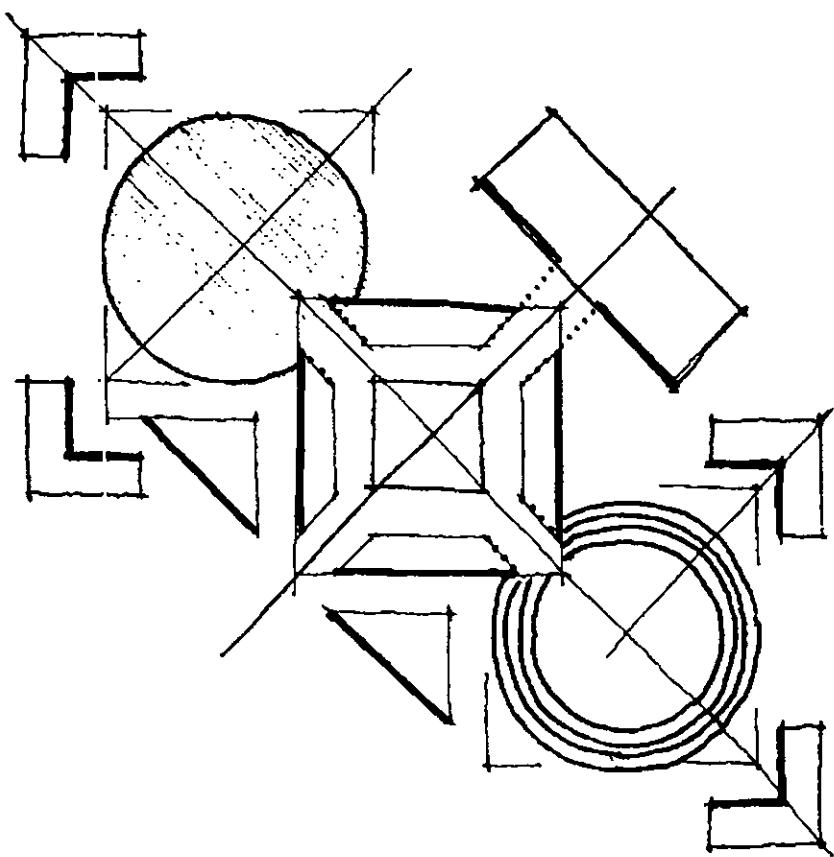


## HIPÓTESIS FORMAL.

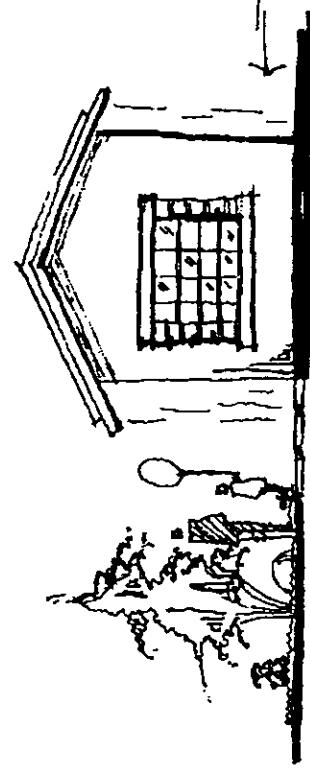


Se tomará en cuenta la tipología de la región, para proponer formalmente los conceptos básicos de Ziracuaretiro para no hacer que no cumplan en su forma y sean edificios y construcciones fuera de lugar.

Utilización de formas básicas de la región.

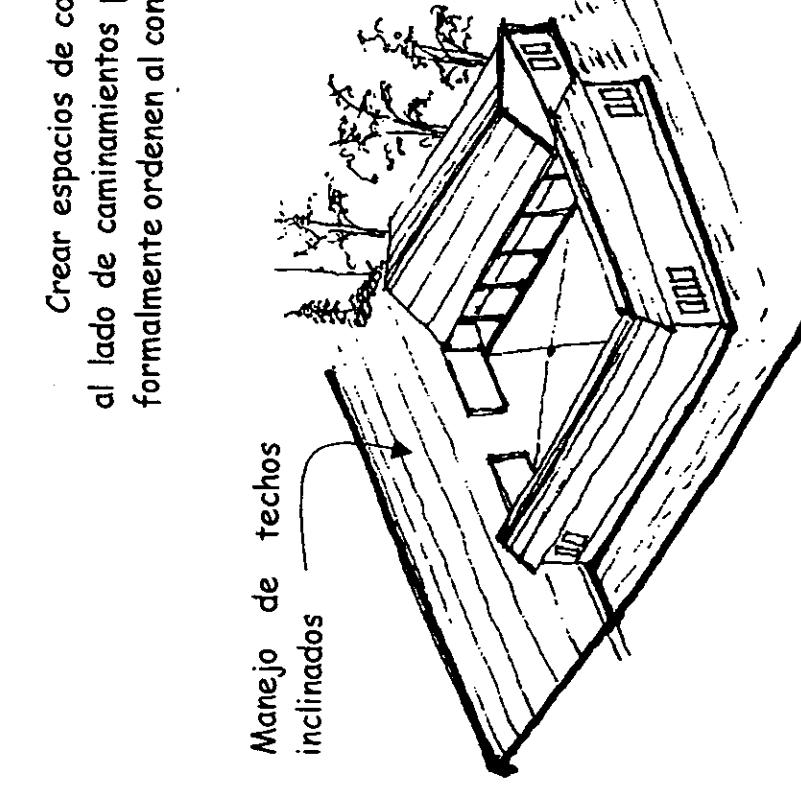



Crear espacios de cobertura, al lado de caminamientos para que formalmente ordenen al conjunto

Manejo de techos inclinados

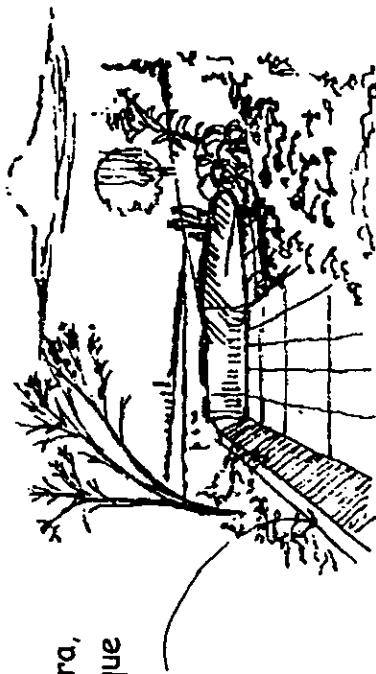


La utilización de formas típicas responde a los afectantes naturales que ya son constantes, para eso se utilizarán corredores altos y espacios abiertos, internos en algunos casos esto para dar unidad con las construcciones locales.

## HIPÓTESIS ESPACIAL.

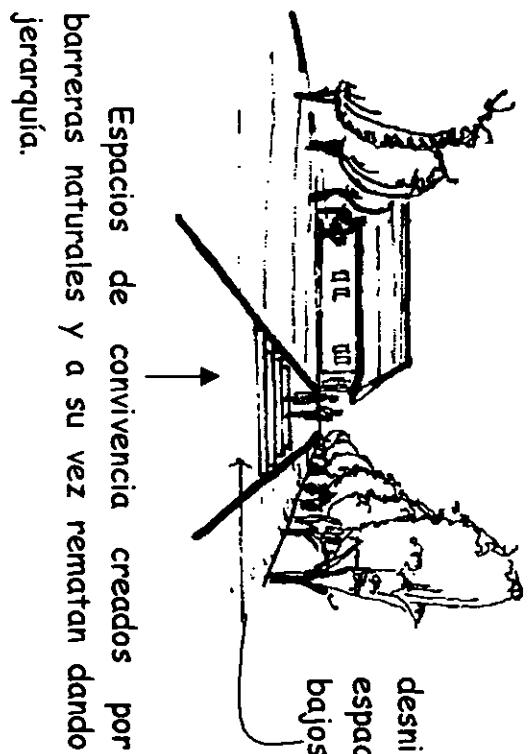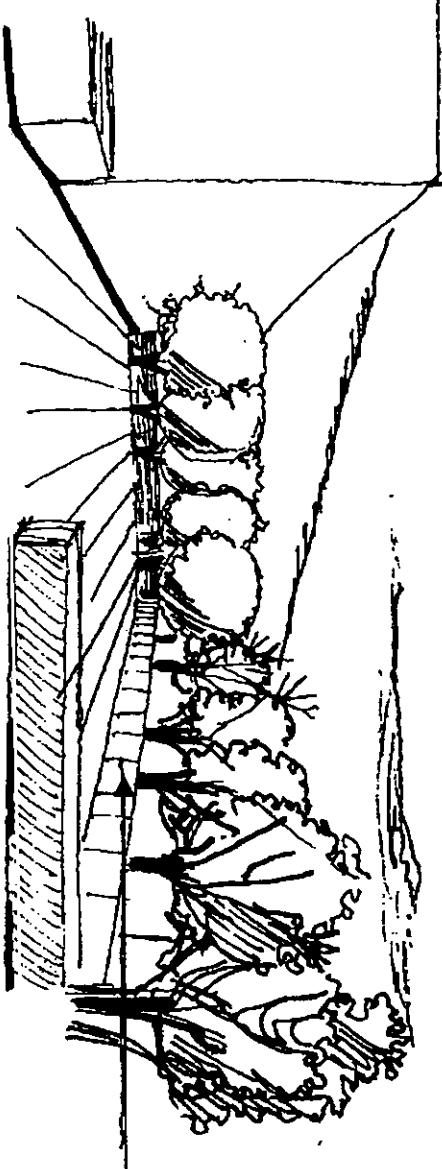

Utilización de desniveles para crear espacios en niveles más bajos.

Remate visual

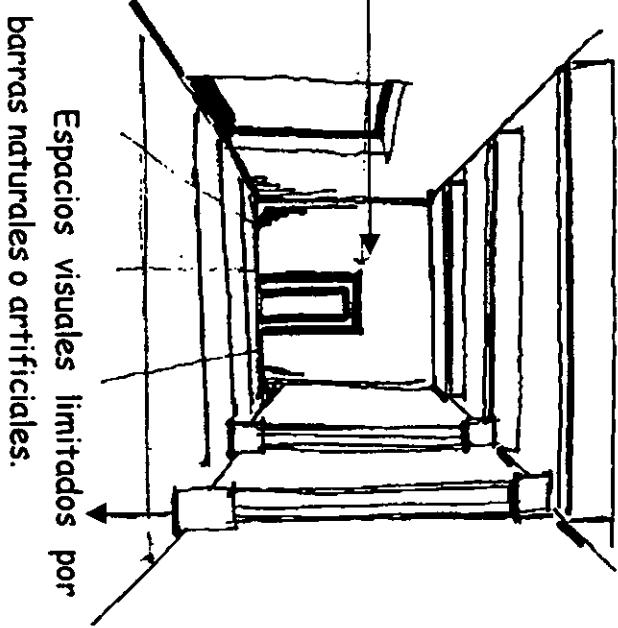


Espacios visuales limitados por barras naturales o artificiales.


Patio en forma céntrica que funciona para unir formal y espacialmente algunos espacios, y a su vez contienen un espacio por la vegetación limitante.

## HIPÓTESIS ESPACIAL.

- Crear espacios de uso flexible o polideportivos

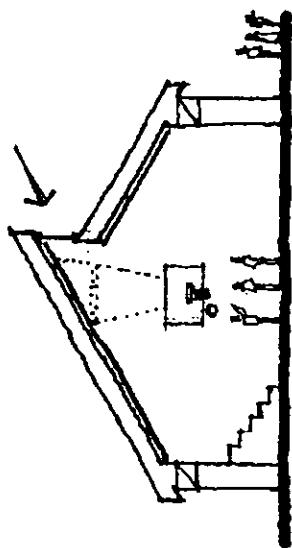

- Espacios que se utilicen para dar dirección y den relación visual.

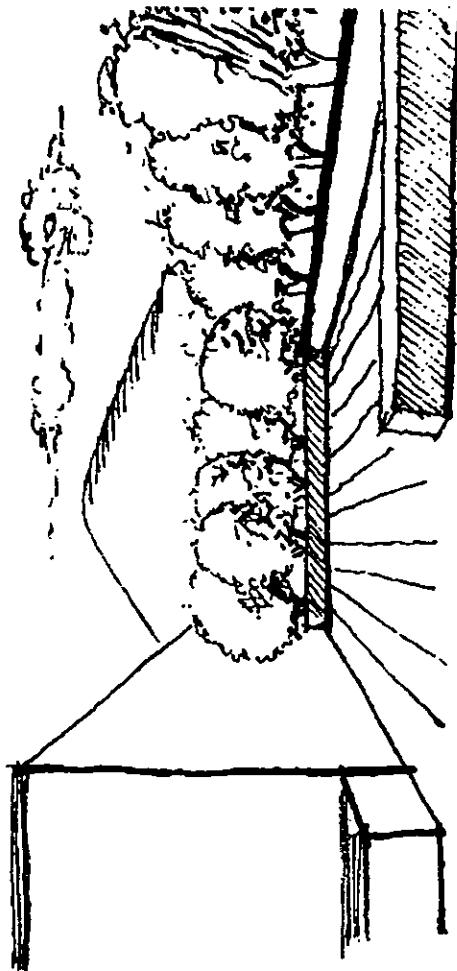


- Patios en forma céntrica que sirvan para unir espacios y a su vez contengan el espacio por la vegetación limitante

## HIPÓTESIS FUNCIONAL.

CONJUNTO:


Definición agrupación de cosas y formas para lograr un fin determinado// que debe cumplir con ciertas características como unidad para lograr más convivencia familiar.

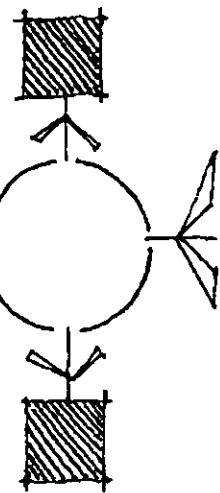



Utilización de espacio con distribución radial.

Espacios secuenciales con la misma actividad en común

Espacios limitados

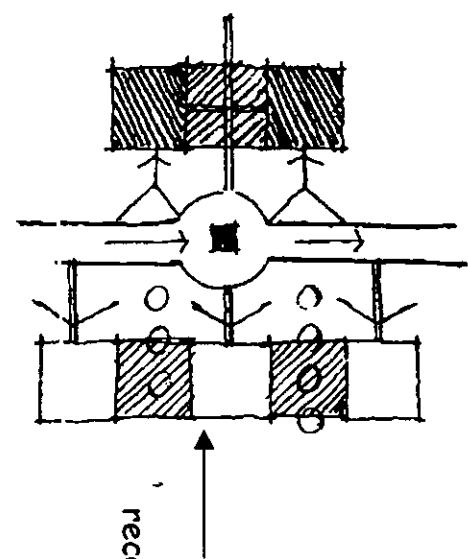


Remates en recorridos prolongados

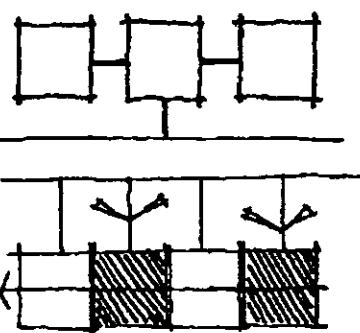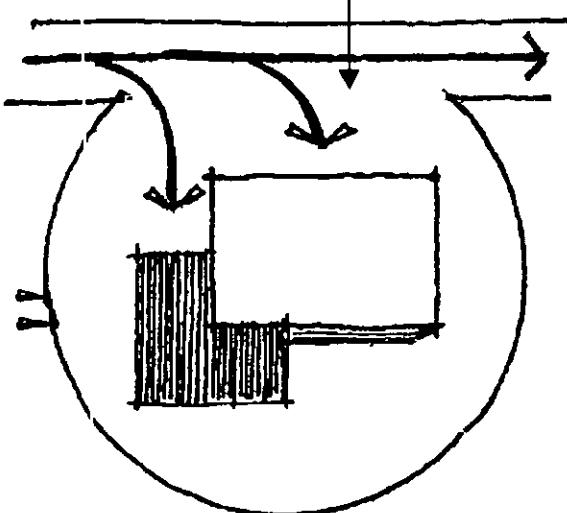


## HIPÓTESIS FUNCIONAL.


- Utilización de tramas naturales a 45° grados para crear ejes resaltando espacios.

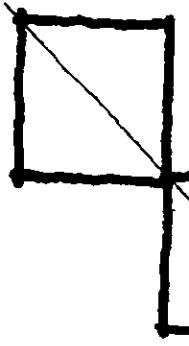

- Estructuras secuenciales.

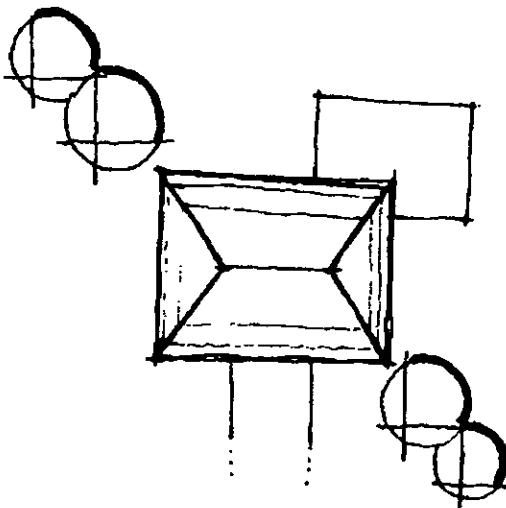

- Organización helicoidal de espacios.

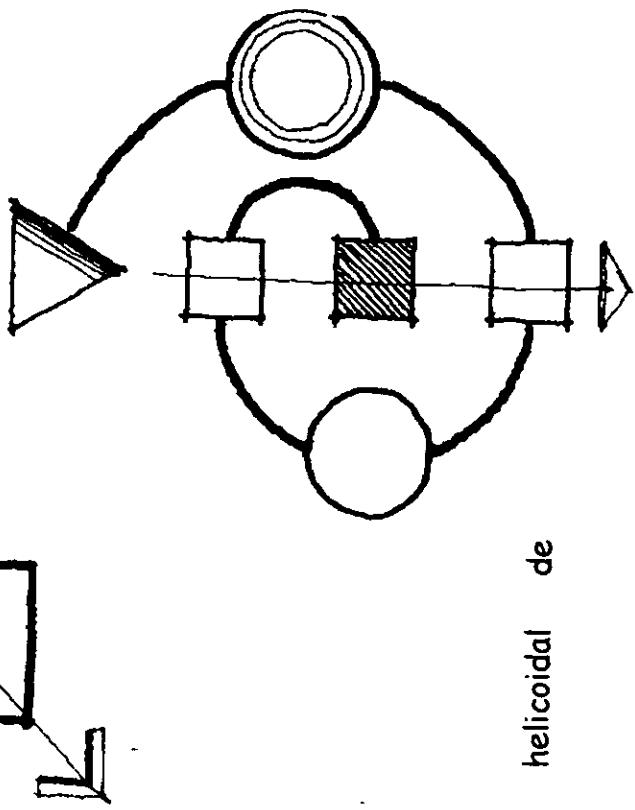


# LO TÉCNICO

## LO TÉCNICO.

El análisis y propuestas se hacen por zonas.



ZONA ADMINISTRATIVA Y  
ZONA DE SERVICIOS.

La limpieza y el trazo se pueden hacer manualmente porque el terreno se pesta.

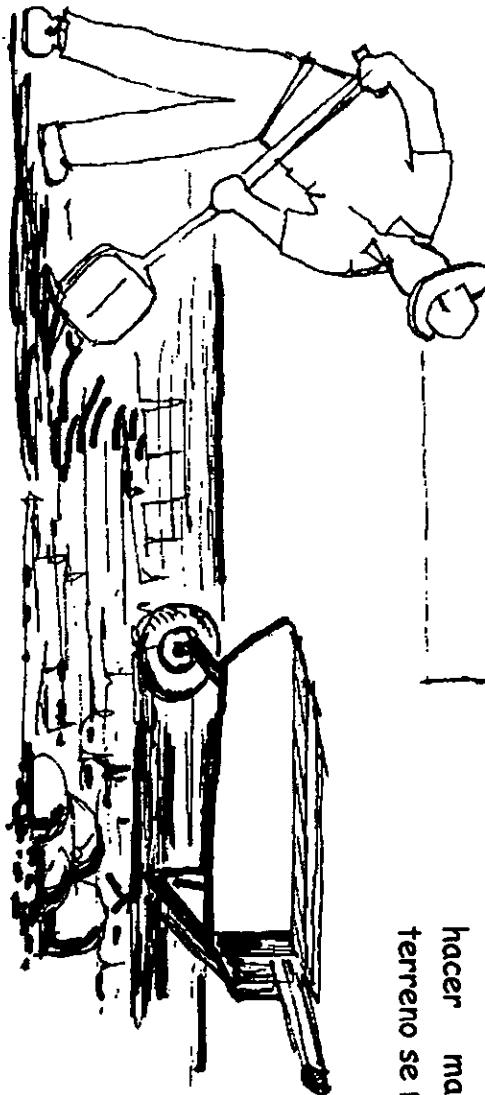



Cimientos de mampostería de piedra braza que transmiten la carga al terreno.

A una profundidad regular se debe checar la calidad del terreno.

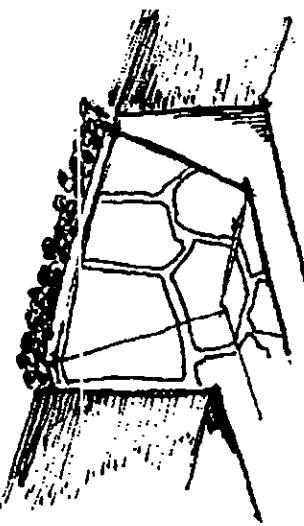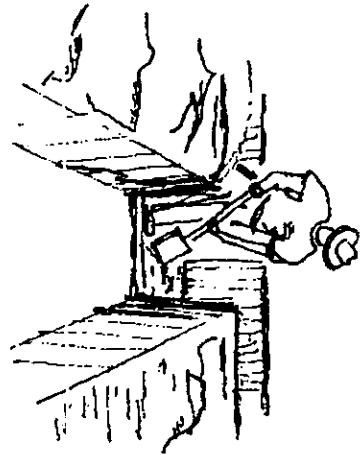

Terreno regular


## LO TÉCNICO.

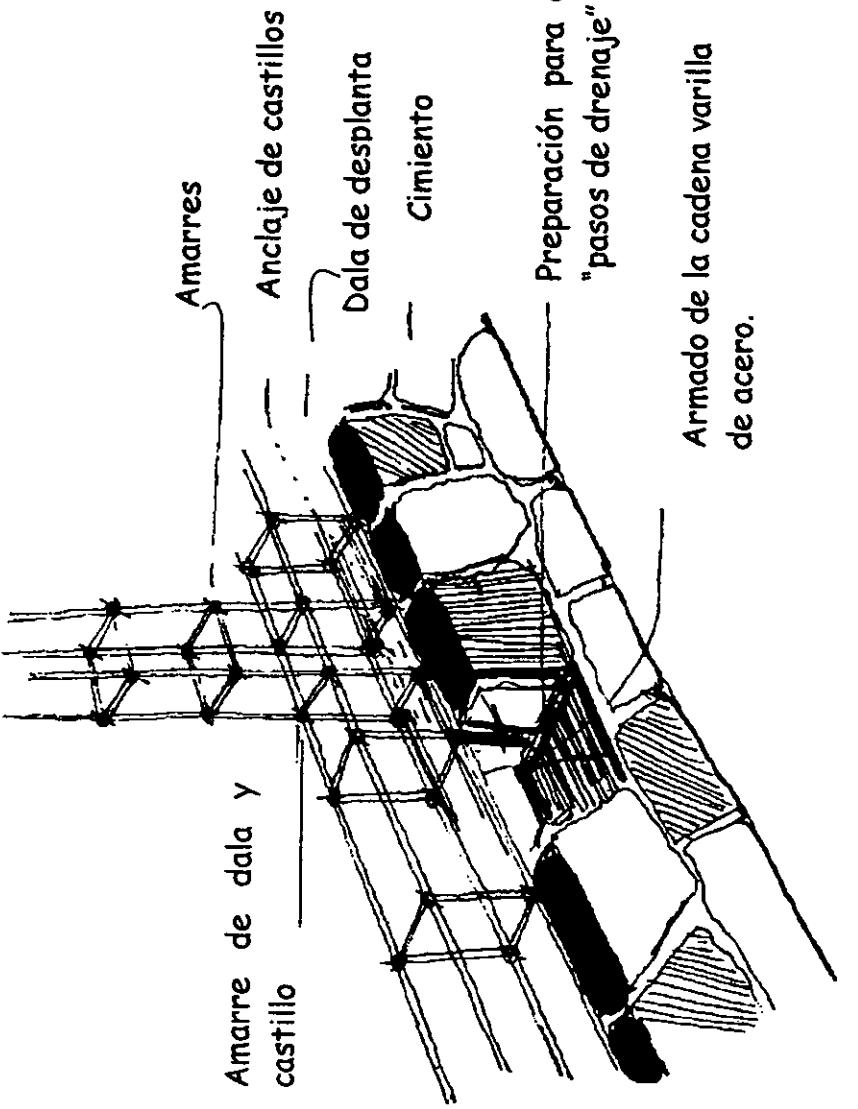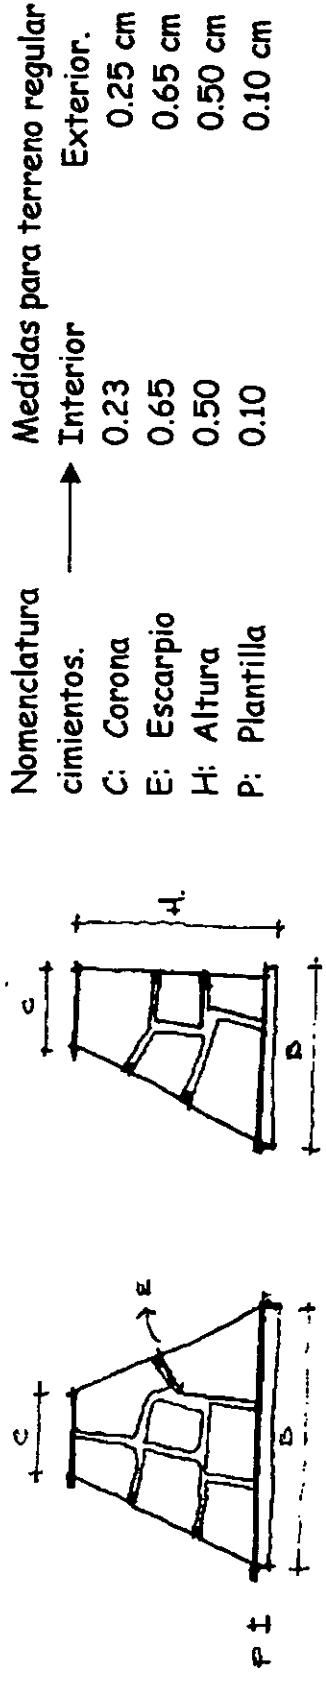

→ La estructura se hará de concreto en alta resistencia y alma de acero para la flexibilidad del mismo, formando piezas monolíticas

## LO TÉCNICO

### • MUROS

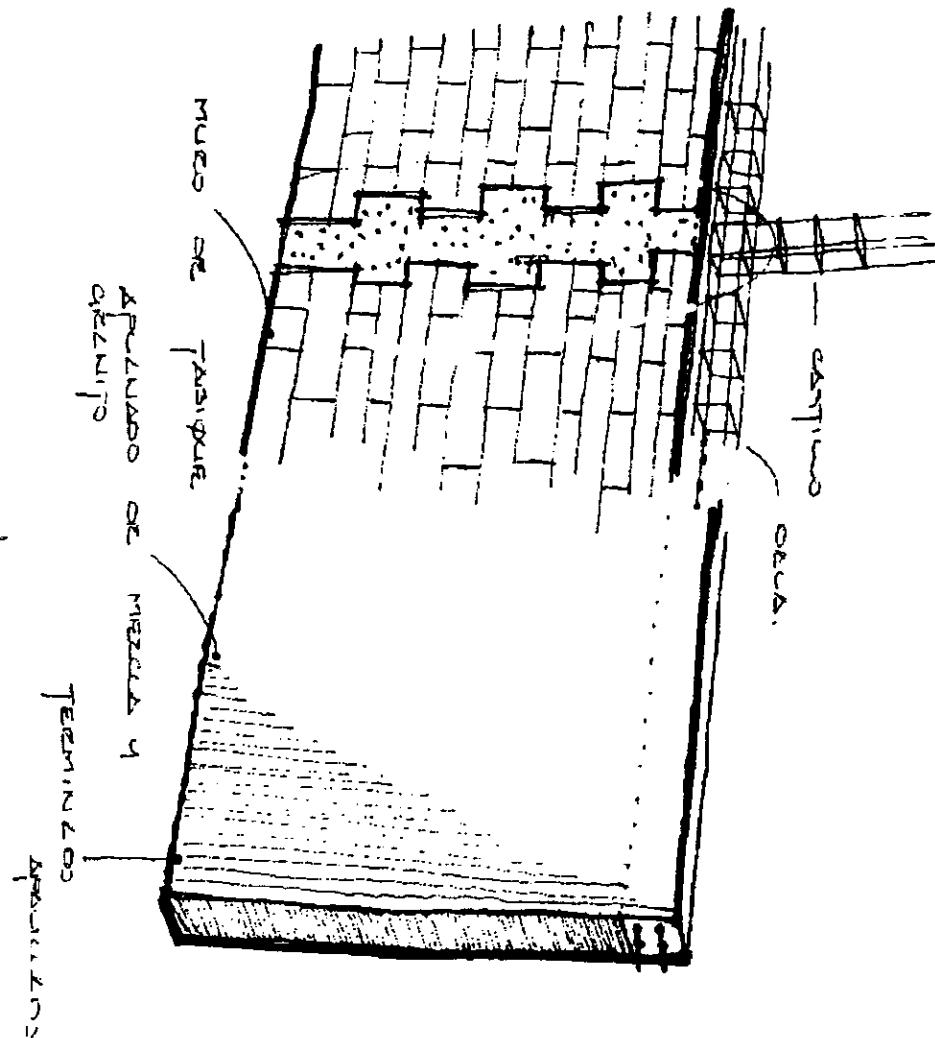

### • Base.

Muro de tabique recocido.

### • Intermedia.


Aplanados de mezcla de cemento cal-hidra granzón de  $\frac{1}{4}$ ".

### • Terminado.


Acabado rayado apallillado de mezcla fina y pintura vinílica lavable 2 manos.

### Baños.

• Azulejo medidas 10 x 10 cm.  
peqazulejo sobre aplano base.

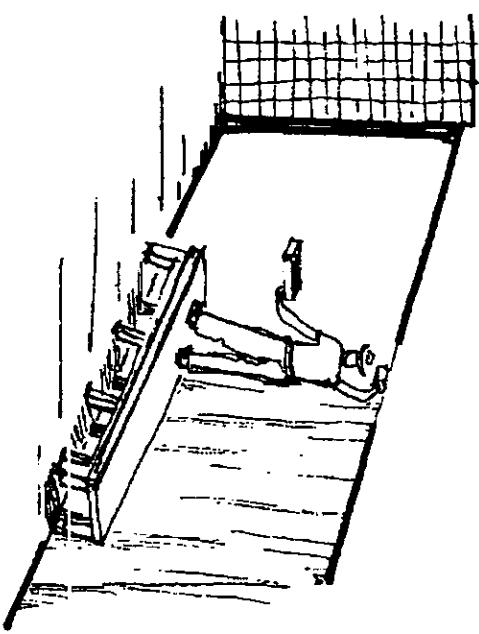


## LO TÉCNICO.

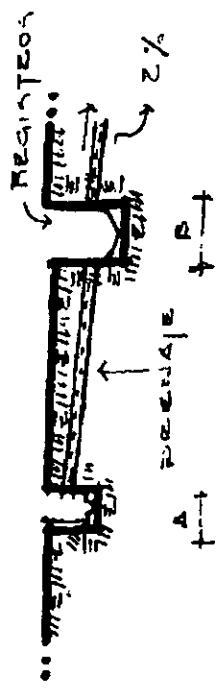

Para dar mantenimiento a registros, se establece lo siguiente y establecer su buen funcionamiento:


- Pendiente mínima del 2%.
- A mayor pendiente, el registro aumenta su dimensión ya que el terreno es grande.
- La descarga se hará sobre una fosa séptica.
- Aguas reutilizables para áreas verdes.

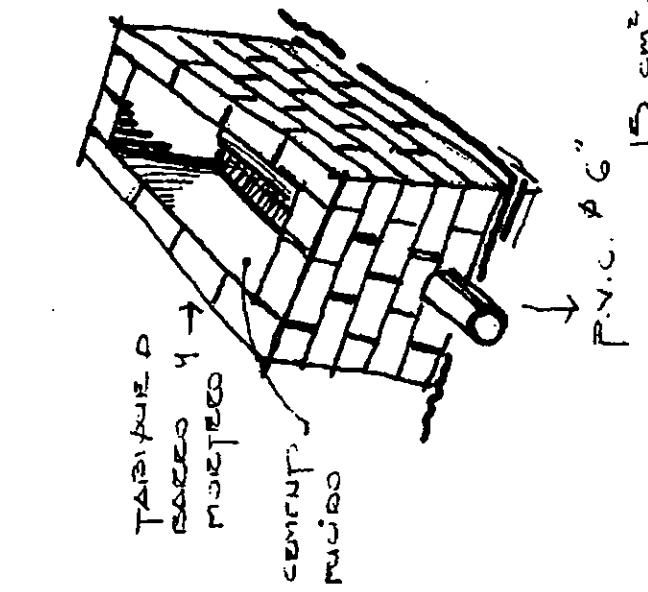

P.V.C. Ø 6"

153 cm<sup>2</sup>.

## Fosa séptica

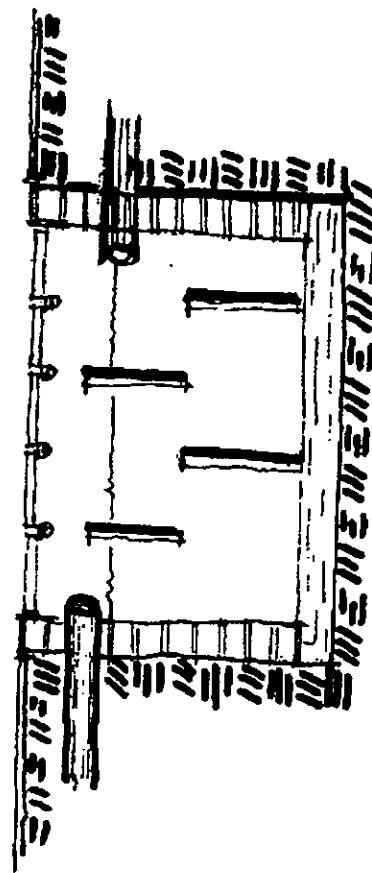

A pozo de absorción.

## LO TÉCNICO. PISOS.

- Base.


Concreto lavado sobre terreno compactado  $F'c/100 \text{ Kg. /cm}^2$ .

- Intermedio.

Concreto firme rayado para mayor adherencia.



- Terminal.

Loseta cerámica con textura antiderrapante.

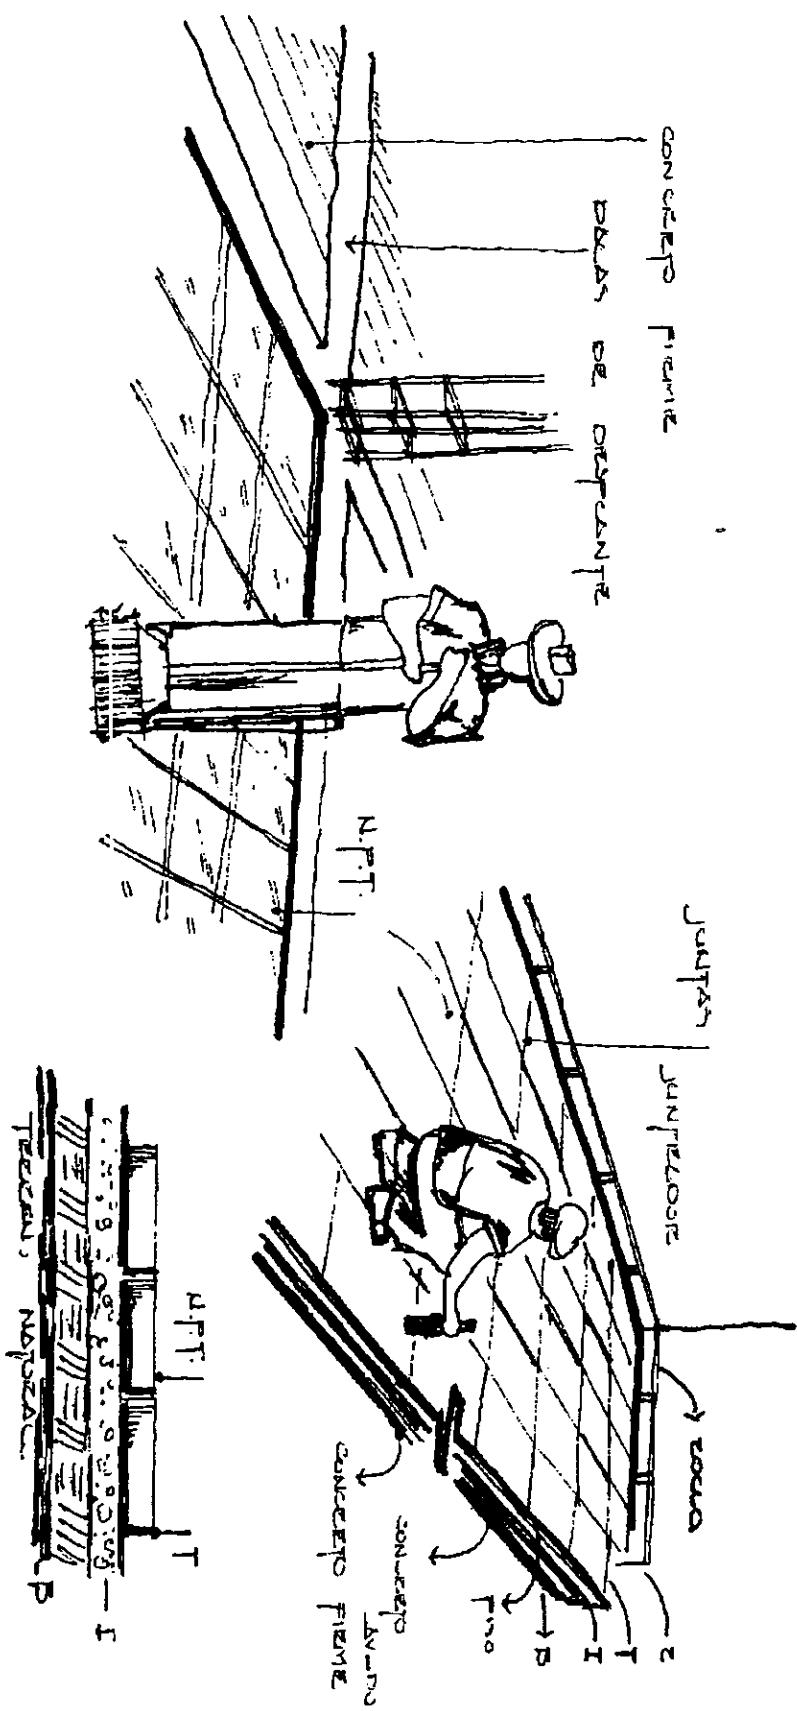

## LO TÉCNICO. TECHOS.

- Base- cubierta inclinada 30 a 35%. Losa inclinada de concreto armado 10 cm. de espesor impermeabilización en frío y teja de barro recocida con impermeabilizante epóxico.
- Plafon- Tirol sobre aplaniados base de mezcla de granito, cemento cal arena. Acabado fino aplicado sobre mezcla arena, pintura vinílica a 2 manos.

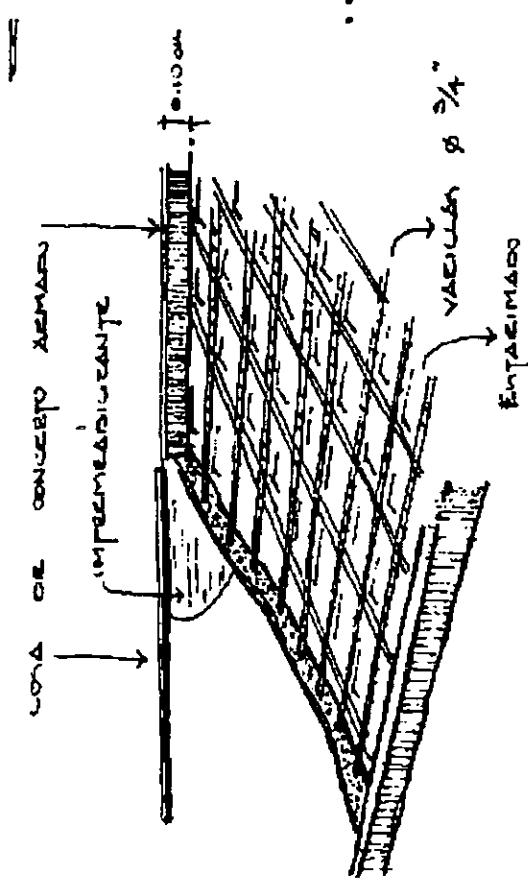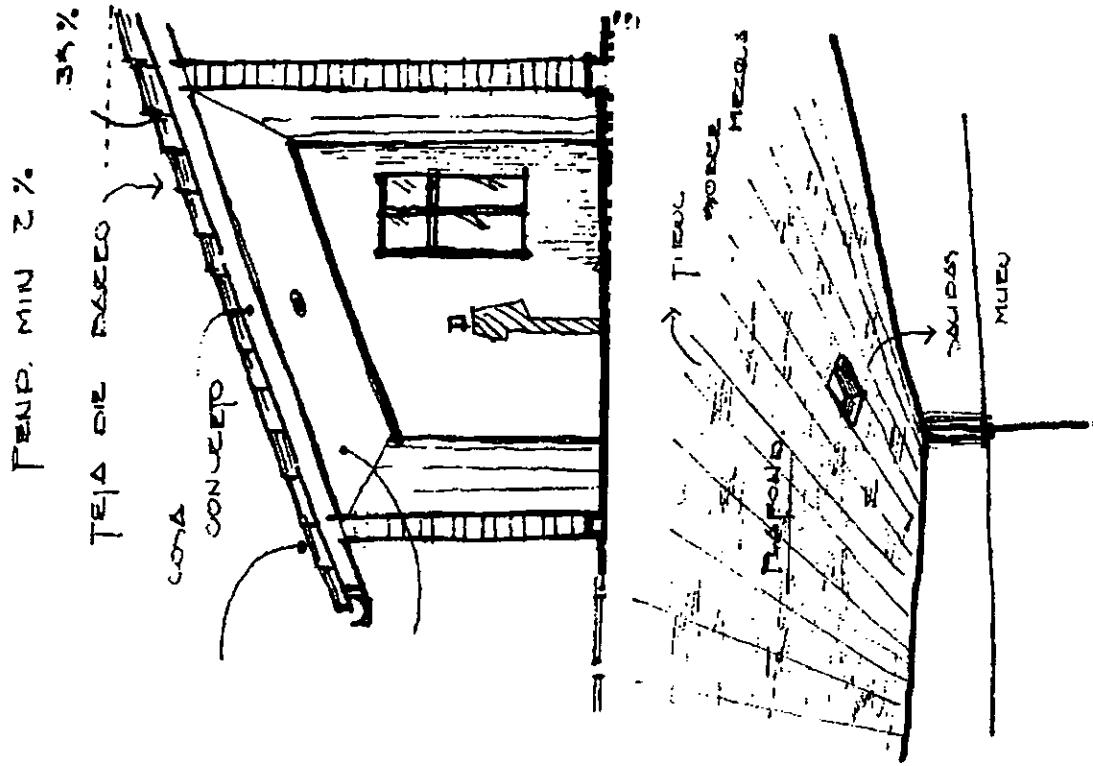


## LO TÉCNICO.

- ZONA DE RECREO.
- ZONA INFANTIL.




- Se tomará en cuenta el uso de las canchas por eso se propone el terreno compactado y la cama de grava es de mayor peralte.

### CORTES CARRILLOS

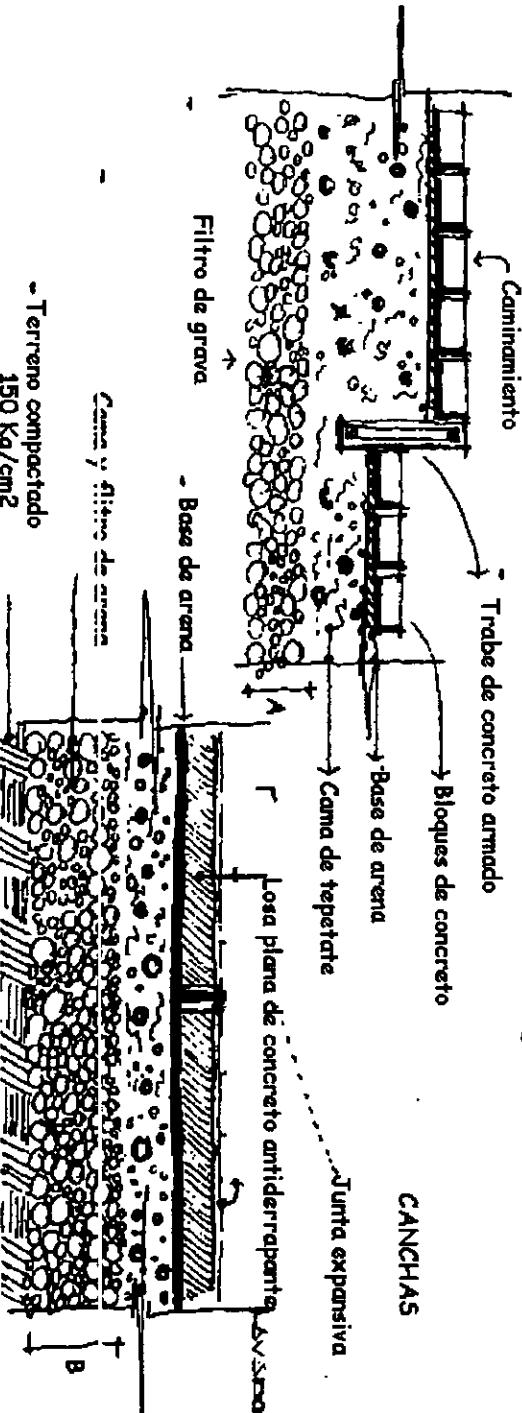


## LO TÉCNICO.


Para la jardinería se proponen árboles endémicos como son: cinco hojas, fresno y ciprés que tienen una raíz controlable.

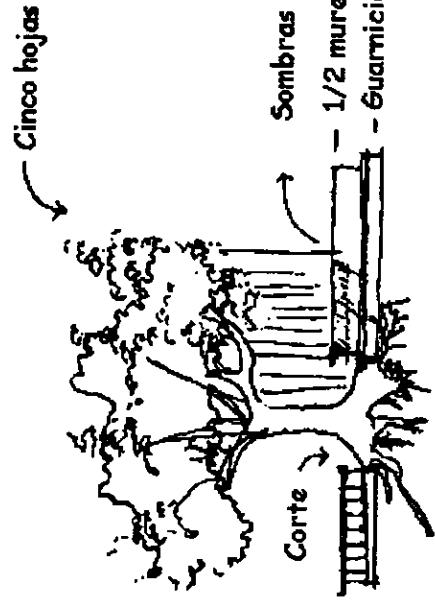

### Áreas empastadas para juegos infantiles

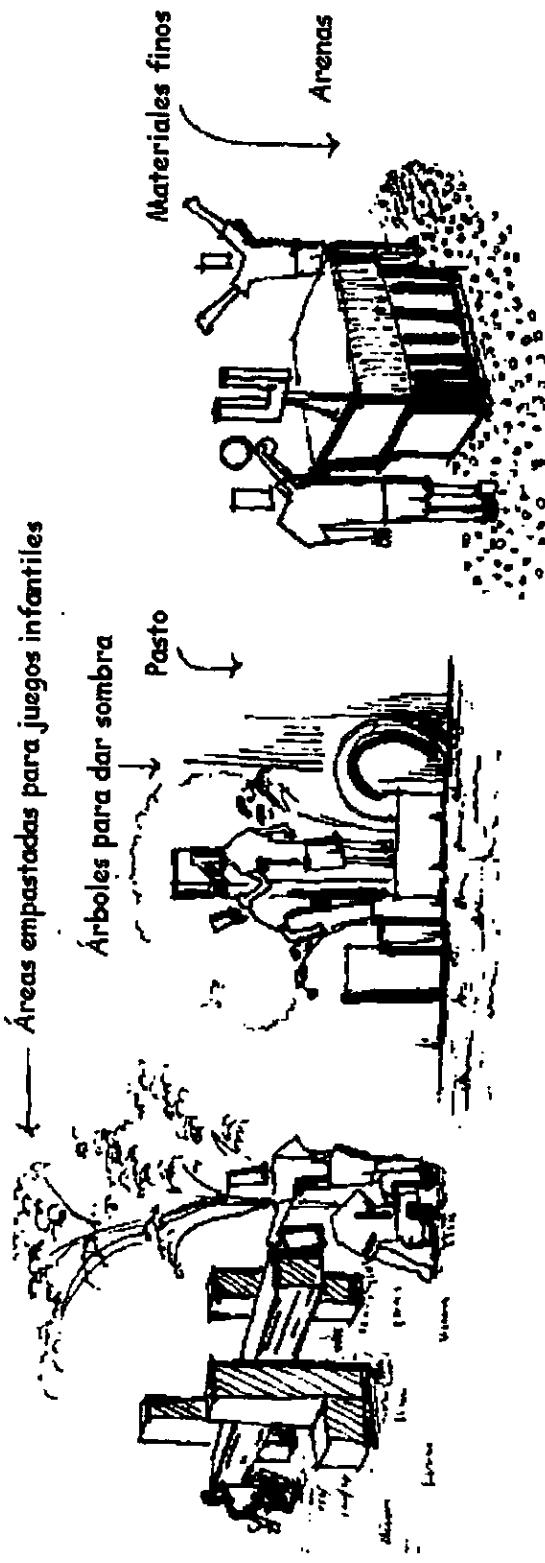


# ZONIFICACIÓN

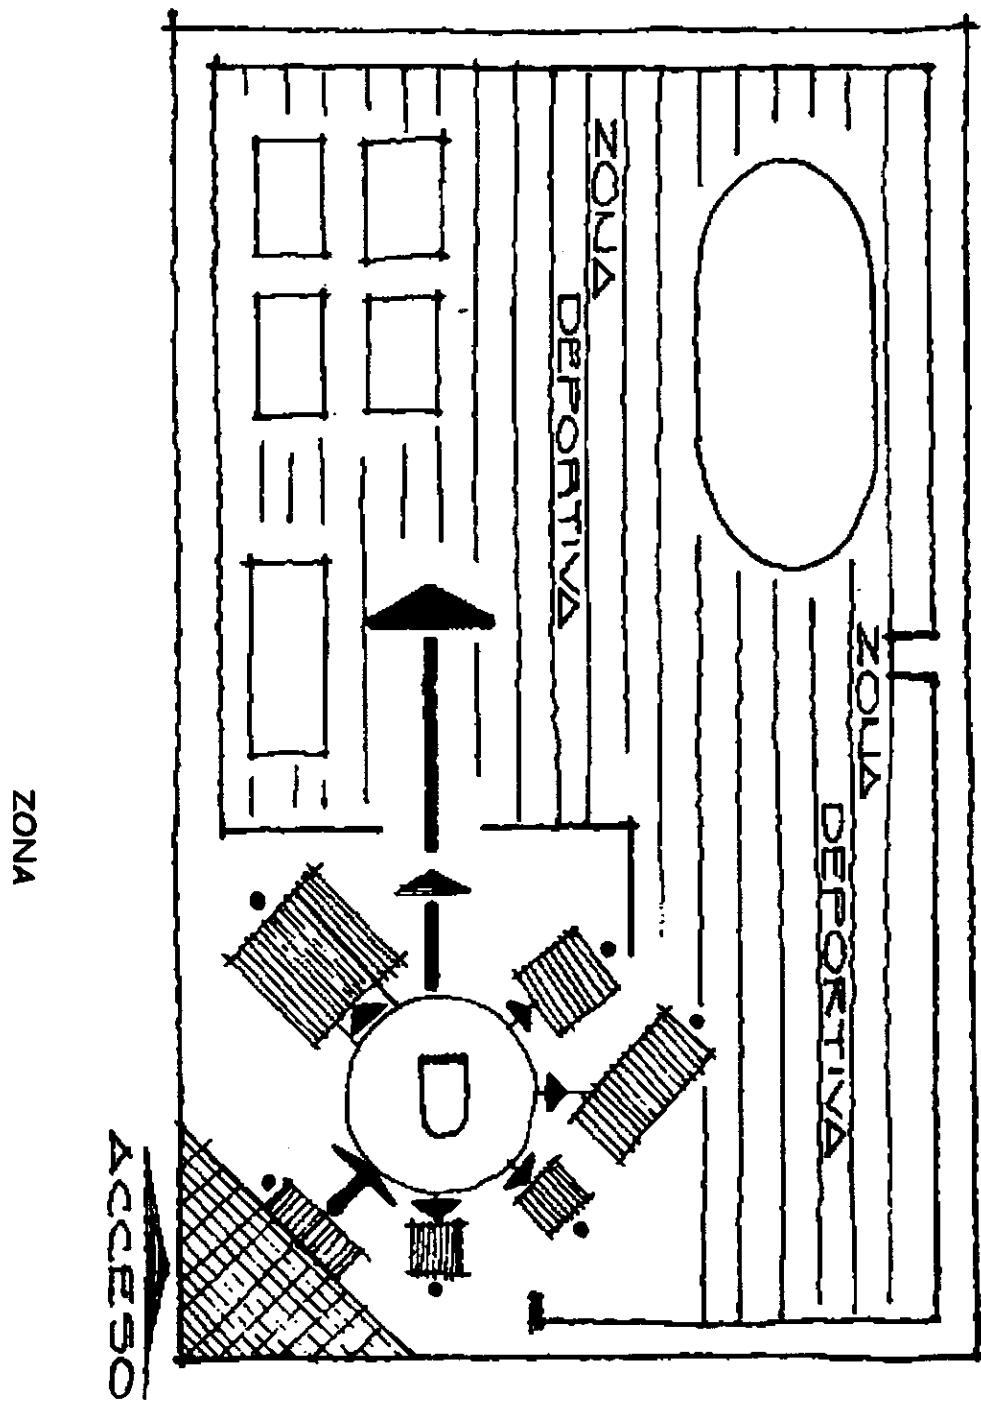

- ZONA
- ACCESO
- ADMINISTRATIVA  
Y
- SERVICIOS

# EL PROYECTO

## PLANTA DE CONJUNTO

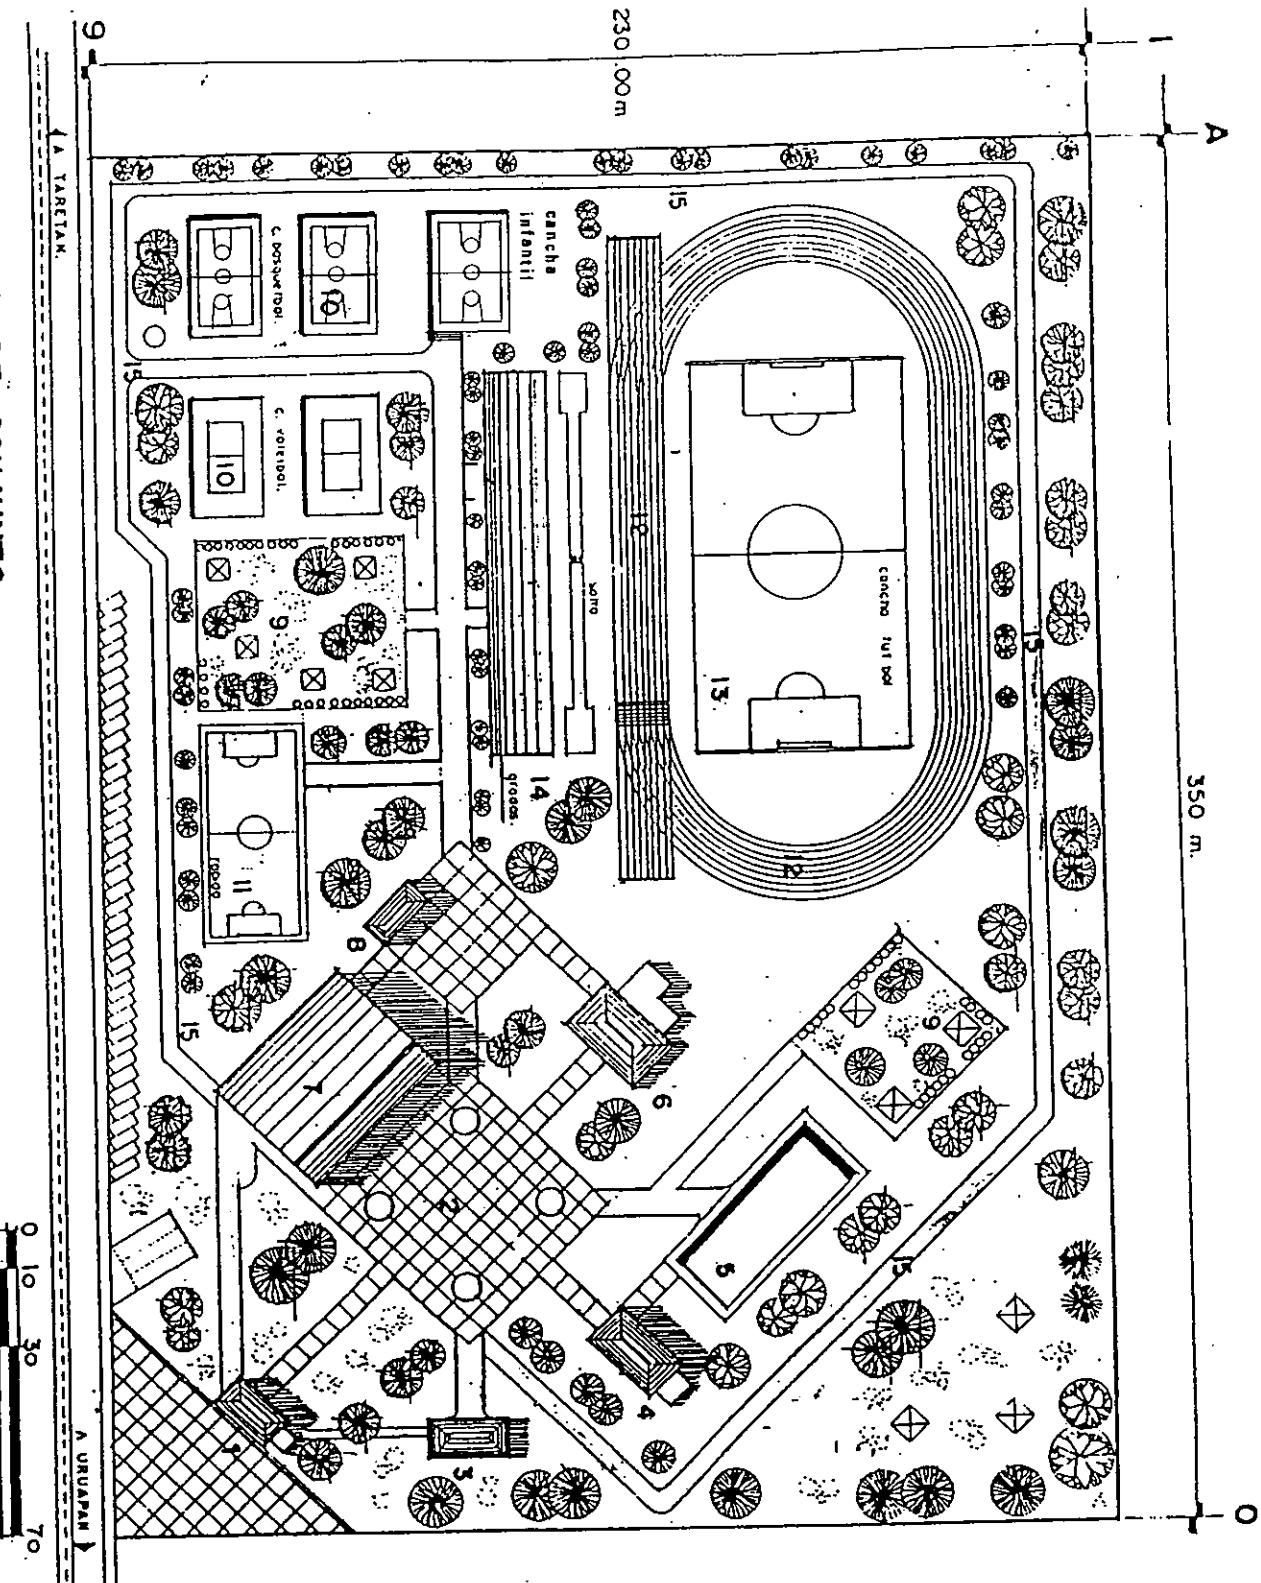

- 1 acceso ppal.
- 2 plazo social.
- 3 administracion
- 4 vestidores.
- 5 alberca.
- 6 cofotorio.
- 7 auditorio.
- 8 nucleo de baños
- 9 areas infantiles.
- 10 conchos
- 11 cancha de futbolito.
- 12 pista de atletismo.
- 13 concho de fut.boy
- 14 gradas.
- 15 circuito para caminantes

TESTS PROFESIONAL

MÓDULO DEPORTIVO

EN ZIRACUARETIRO, MICH.

ESCUELA DE ARQUITECTURA UNIVERSIDAD DON VASCO, A.C.

FRANCISCO GUSTAVO RUIZ HURTADO

CONTENIDO:

ARQUITECTÓNICO

PLANTA DE CONJUNTO

ESCALA: 1:500




165



0 10 30 70

m

# PLANTA TAQUILLA.

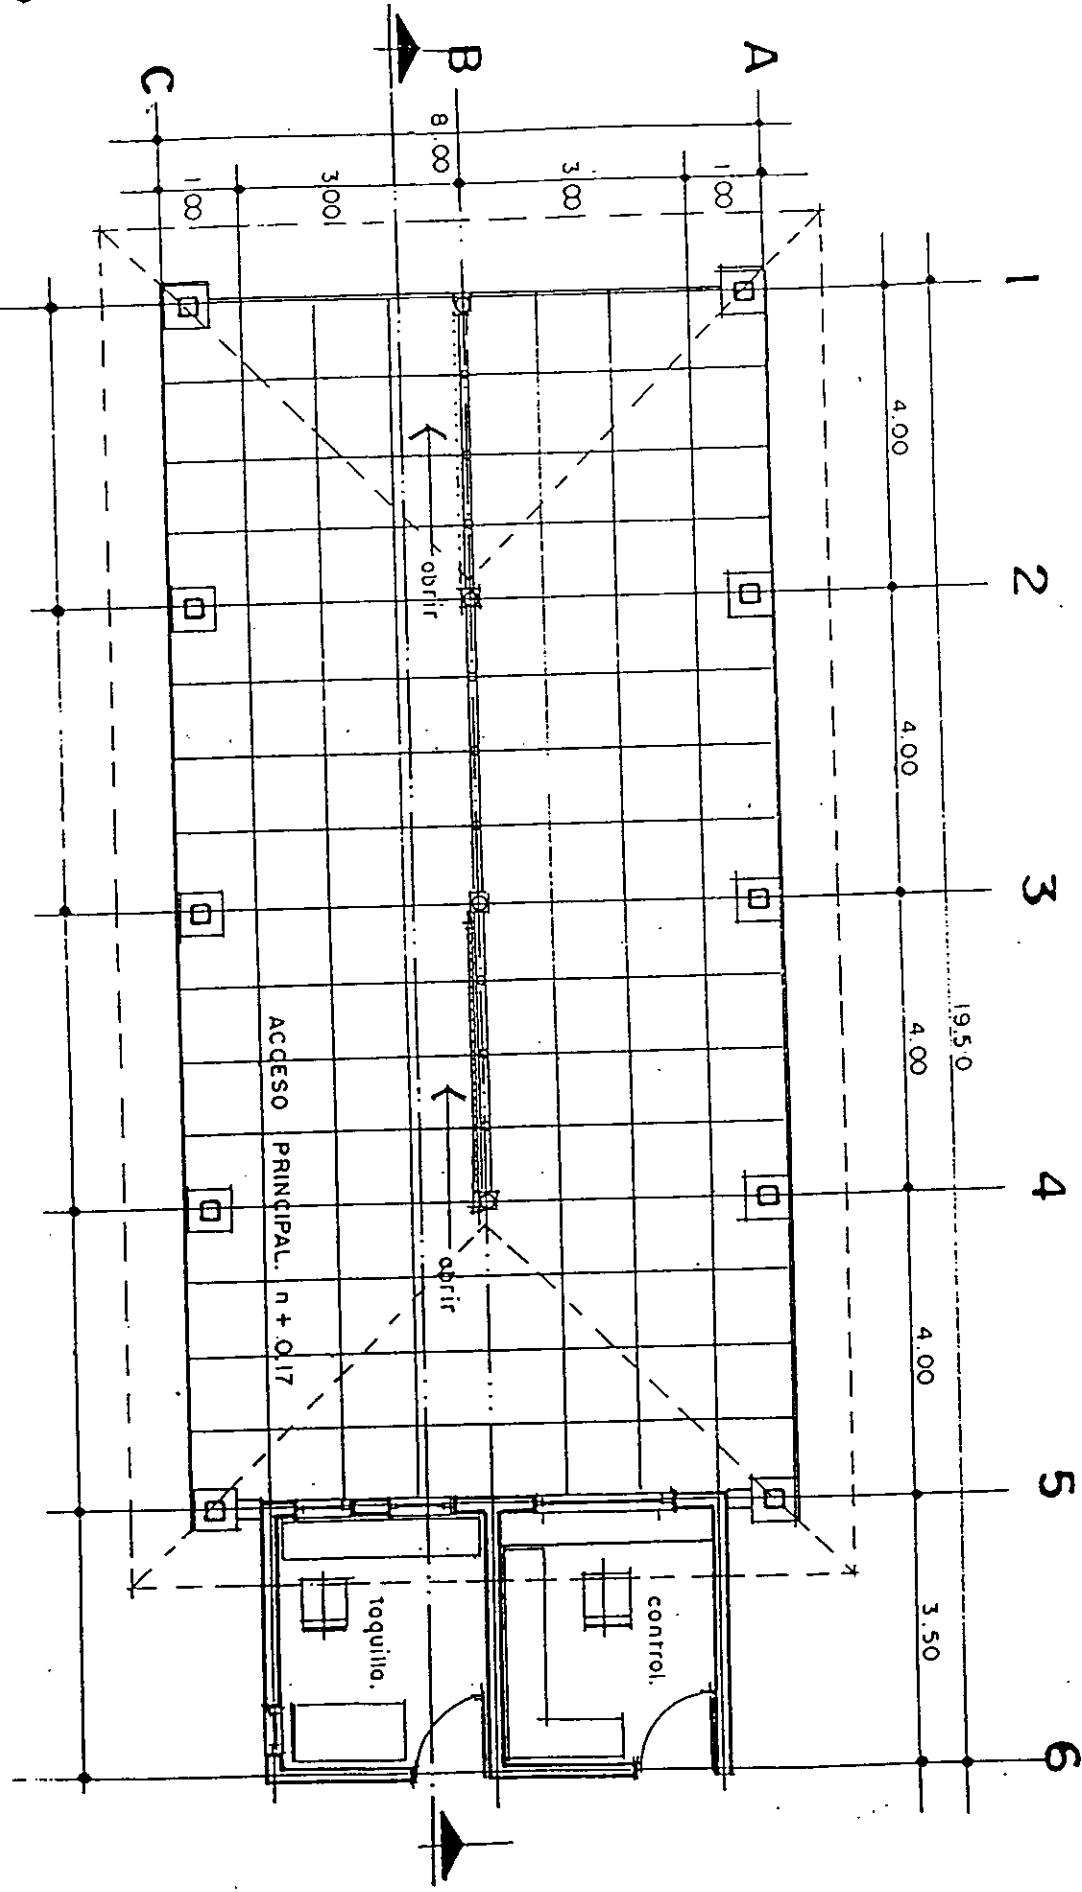

TÉCNICO PROFESIONAL

MÓDULO DEPORTIVO EN ZIRACUARETIRO. MICH.

ESCUELA DE ARQUITECTURA UNIVERSIDAD DON VASCO, A.C.

FRANCISCO GUSTAVO RUIZ HURTADO

CONTENIDO:

ARQUITECTÓNICO

PLANTA DE CONJUNTO

ESCALA:  
1:100




NORTE

166


|  |
|--|
| TESIS PROFESIONAL                                    |
| MÓDULO DEPORTIVO EN ZIRACUARETIRO, MICH.             |
| ESCUELA DE ARQUITECTURA, UNIVERSIDAD DON VASCO, A.C. |
| FRANCISCO GUSTAVO RUIZ HURTADO                       |
| CONTENIDO:<br>FACHADA Y CORTE LONGITUDINAL           |

0 5 10

## CORTE LONGITUDINAL.

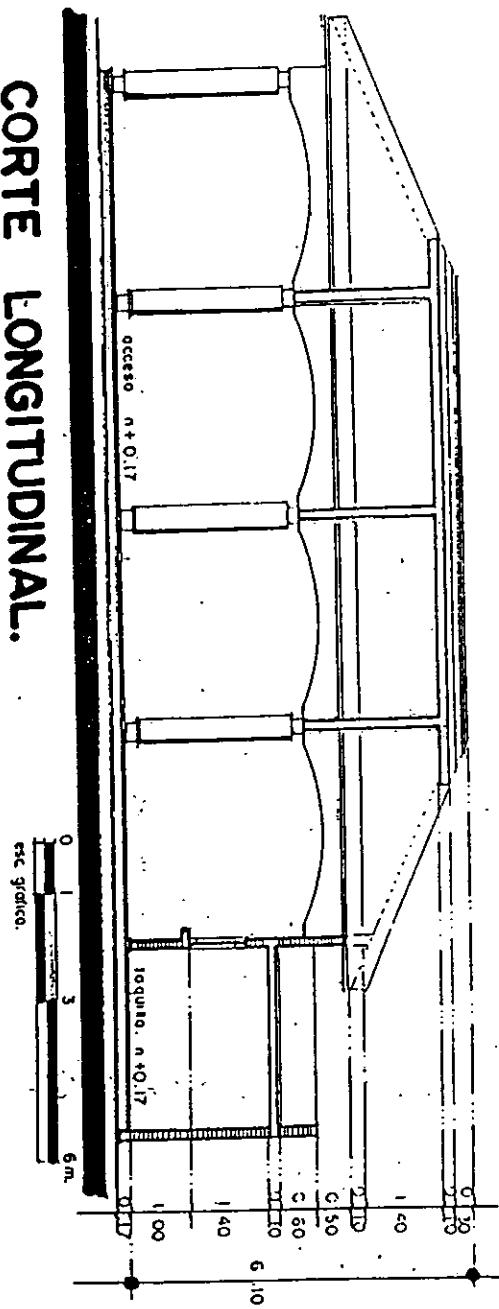

## FACHADA TAQUILLAS

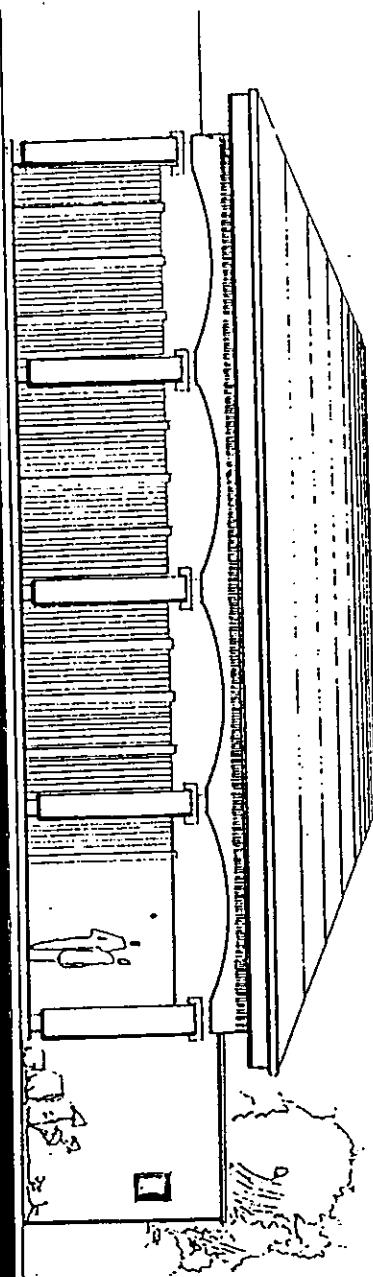


1

2

3

4

5

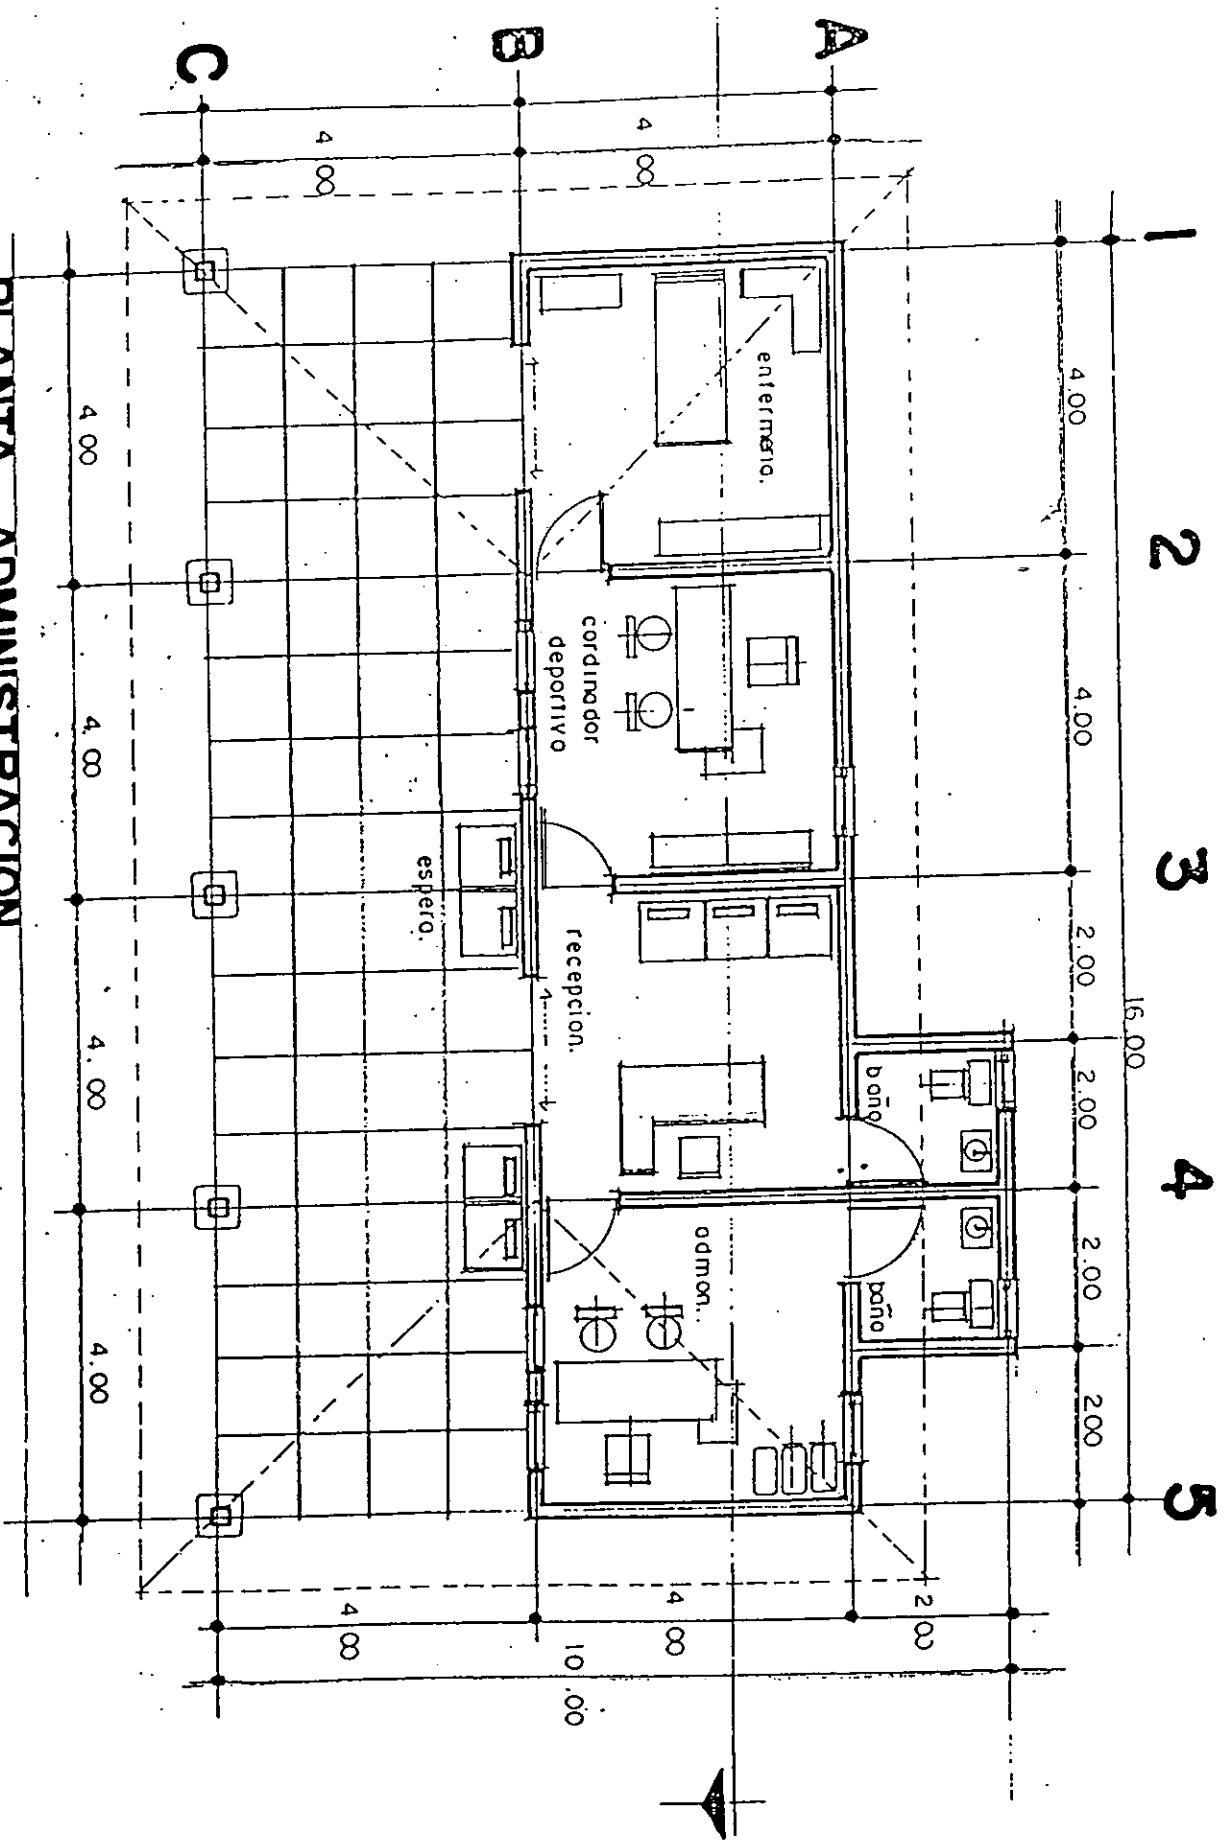

TESIS PROFESIONAL

MÓDULO DEPORTIVO

EN ZIRACUARETIRO, MICH.

ESCUELA DE ARQUITECTURA UNIVERSIDAD DON VASCO, A.C.

FRANCISCO GUSTAVO RUIZ HURTADO  
CONTENIDO:  
ARQUITECTÓNICO

PLANTA DE CONJUNTO

PLANTA DE CONJUNTO

ESCALA: 1:100



168

0 1 5 10

TESIS PROFESIONAL

MÓDULO DEPORTIVO EN ZIRACUARETIRO, MICH.

ESCUELA DE ARQUITECTURA UNIVERSIDAD DON VASCO, A.C.

FRANCISCO GUSTAVO RUIZ HURTADO

CONTENIDO:

FACHADA Y CORTE LONGITUDINAL


ESCALA:

ADMINISTRACIÓN


1:100

169


## CORTE LONGITUDINAL.

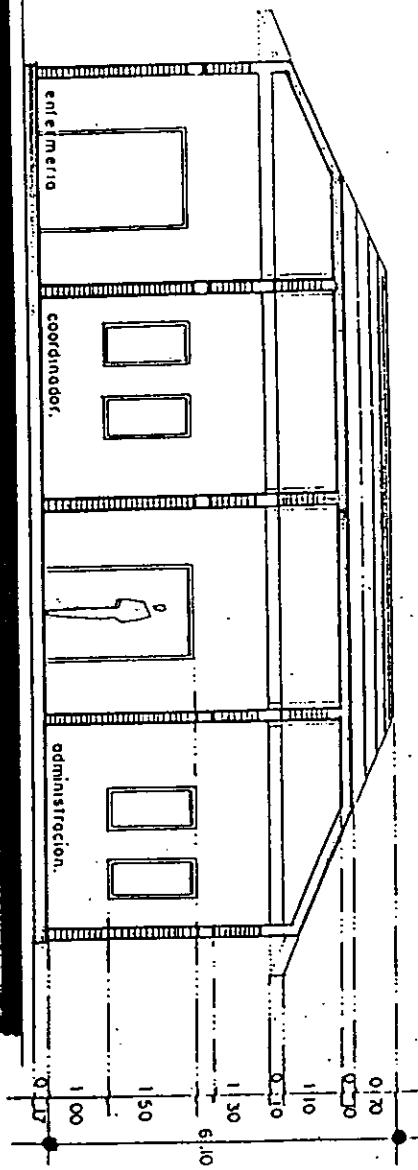

## FACHADA ADMINISTRACION.

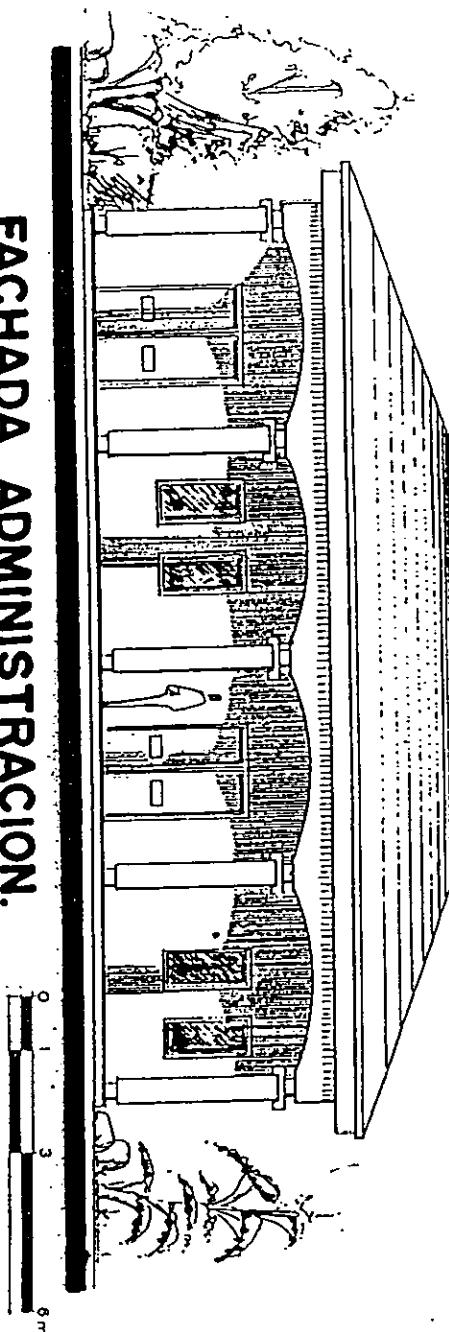

# PLANTA VESTIDORES Y REGADERAS.

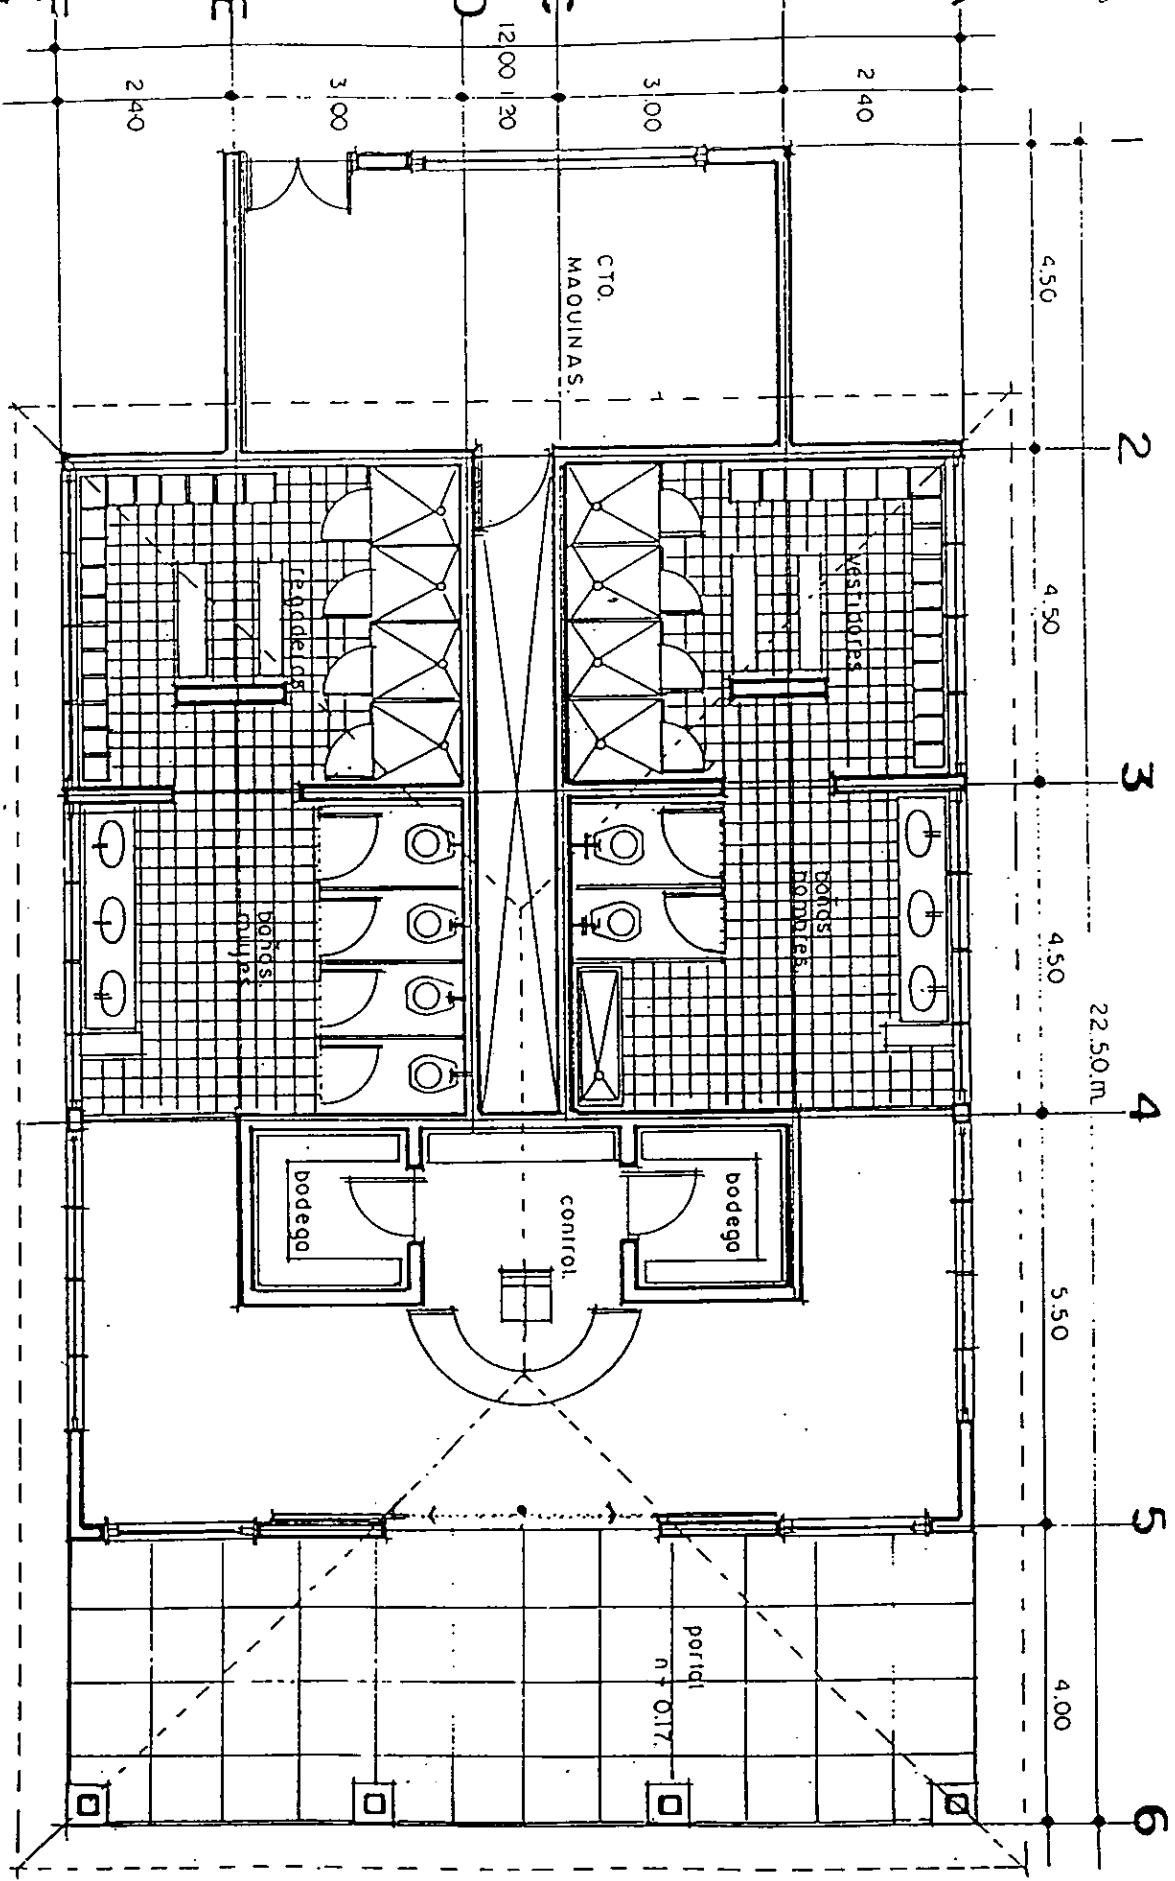

TESTIMONIO  
MÓDULO DEPORTIVO EN ZIRACUARETIRO, MICH.  
ESCUELA DE ARQUITECTURA UNIVERSIDAD DON VASCO, A.C.  
FRANCISCO GUSTAVO RUIZ HURTADO  
CONTENIDO:  
ARQUITECTÓNICO

MÓDULO DEPORTIVO EN ZIRACUARETIRO, MICH.

TESTIMONIO  
ESCUELA DE ARQUITECTURA UNIVERSIDAD DON VASCO, A.C.

FRANCISCO GUSTAVO RUIZ HURTADO

CONTENIDO:  
ARQUITECTÓNICO

ARQUITECTÓNICO


PLANTA DE VESTIDORES Y REGADERAS

ESCALA:  
1:100


NORTE



## FACHADA VESTIDORES.

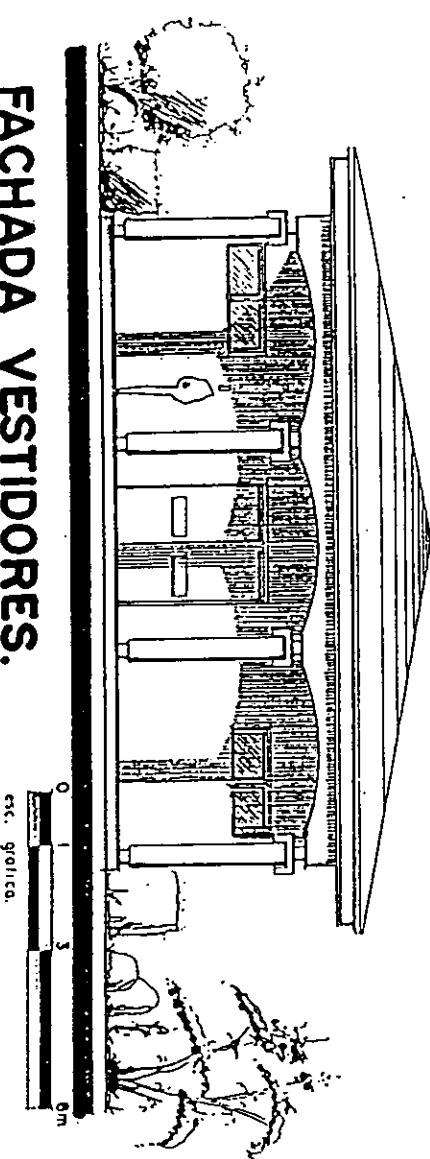

## CORTE LONGITUDINAL.

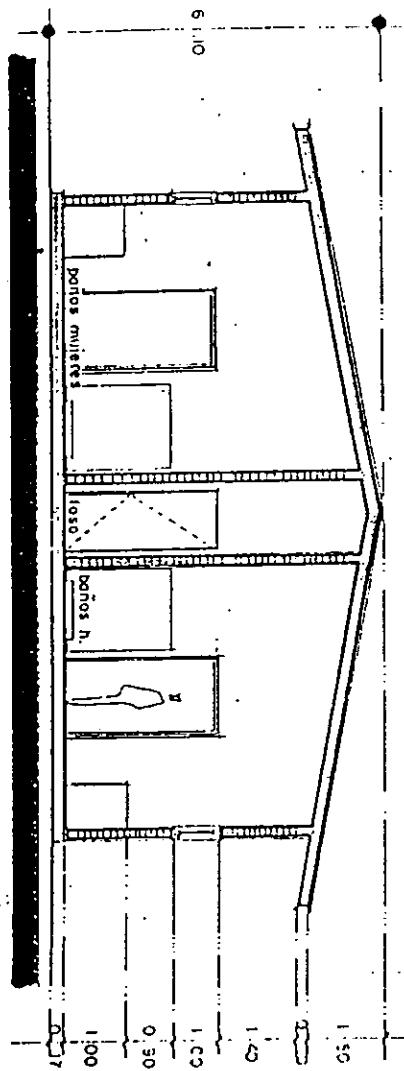

TESIS PROFESIONAL

MÓDULO DEPORTIVO EN ZIRACUARETIRO, MICH.

ESCUELA DE ARQUITECTURA UNIVERSIDAD DON VASCO, A.C.

FRANCISCO GUSTAVO RUIZ HURTADO

CONTENIDO:


FACHADA Y CORTE LONGITUDINAL

VESTIDORES


ESCALA:

1:100

171

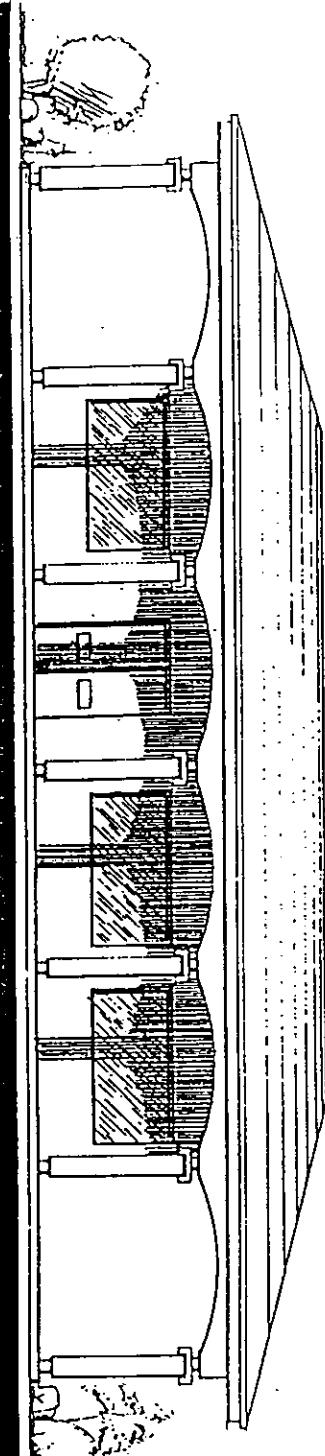

FACHADA PRINCIPAL.

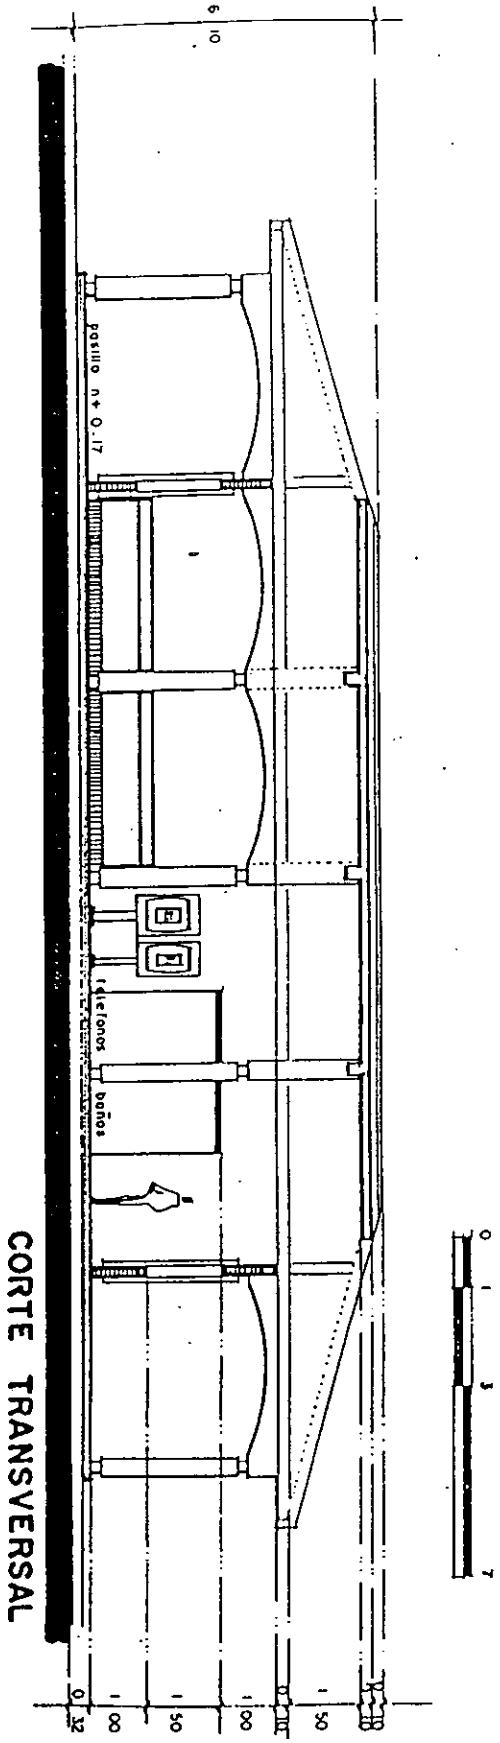

TESIS PROFESIONAL

MÓDULO DEPORTIVO

EN ZIRACUARETIRO. MICH.

ESCUELA DE ARQUITECTURA UNIVERSIDAD NACIONAL VASCO, A.C.

FRANCISCO GUSTAVO RUIZ HURTADO  
CONTENIDO:  
FACHADA Y CORTE TRANSVERSAL

|  |   |    |
|--|---|----|
| 01   | 5 | 10 |
| MÓDULO DEPORTIVO EN ZIRACUARETIRO. MICH.                 |   |    |
| ESCUELA DE ARQUITECTURA UNIVERSIDAD NACIONAL VASCO, A.C. |   |    |
| FRANCISCO GUSTAVO RUIZ HURTADO                           |   |    |
| CONTENIDO:<br>FACHADA Y CORTE TRANSVERSAL                |   |    |
| PRINCIPAL  |   |    |
| ESCALA: 1:100  |   |    |
| 172  |   |    |



**MÓDULO DEPORTIVO EN ZIRACUARETIRO, MICH.**  
**ESCUELA DE ARQUITECTURA UNIVERSIDAD DON VASCO, A.C.**  
**FRANCISCO GUSTAVO RUIZ HURTADO**  
**CONTENIDO:**


ARQUITECTÓNICO

PLANTA DE CAFETERÍA

1:10C

173

PLANTA ARQ. CAFETERIA.

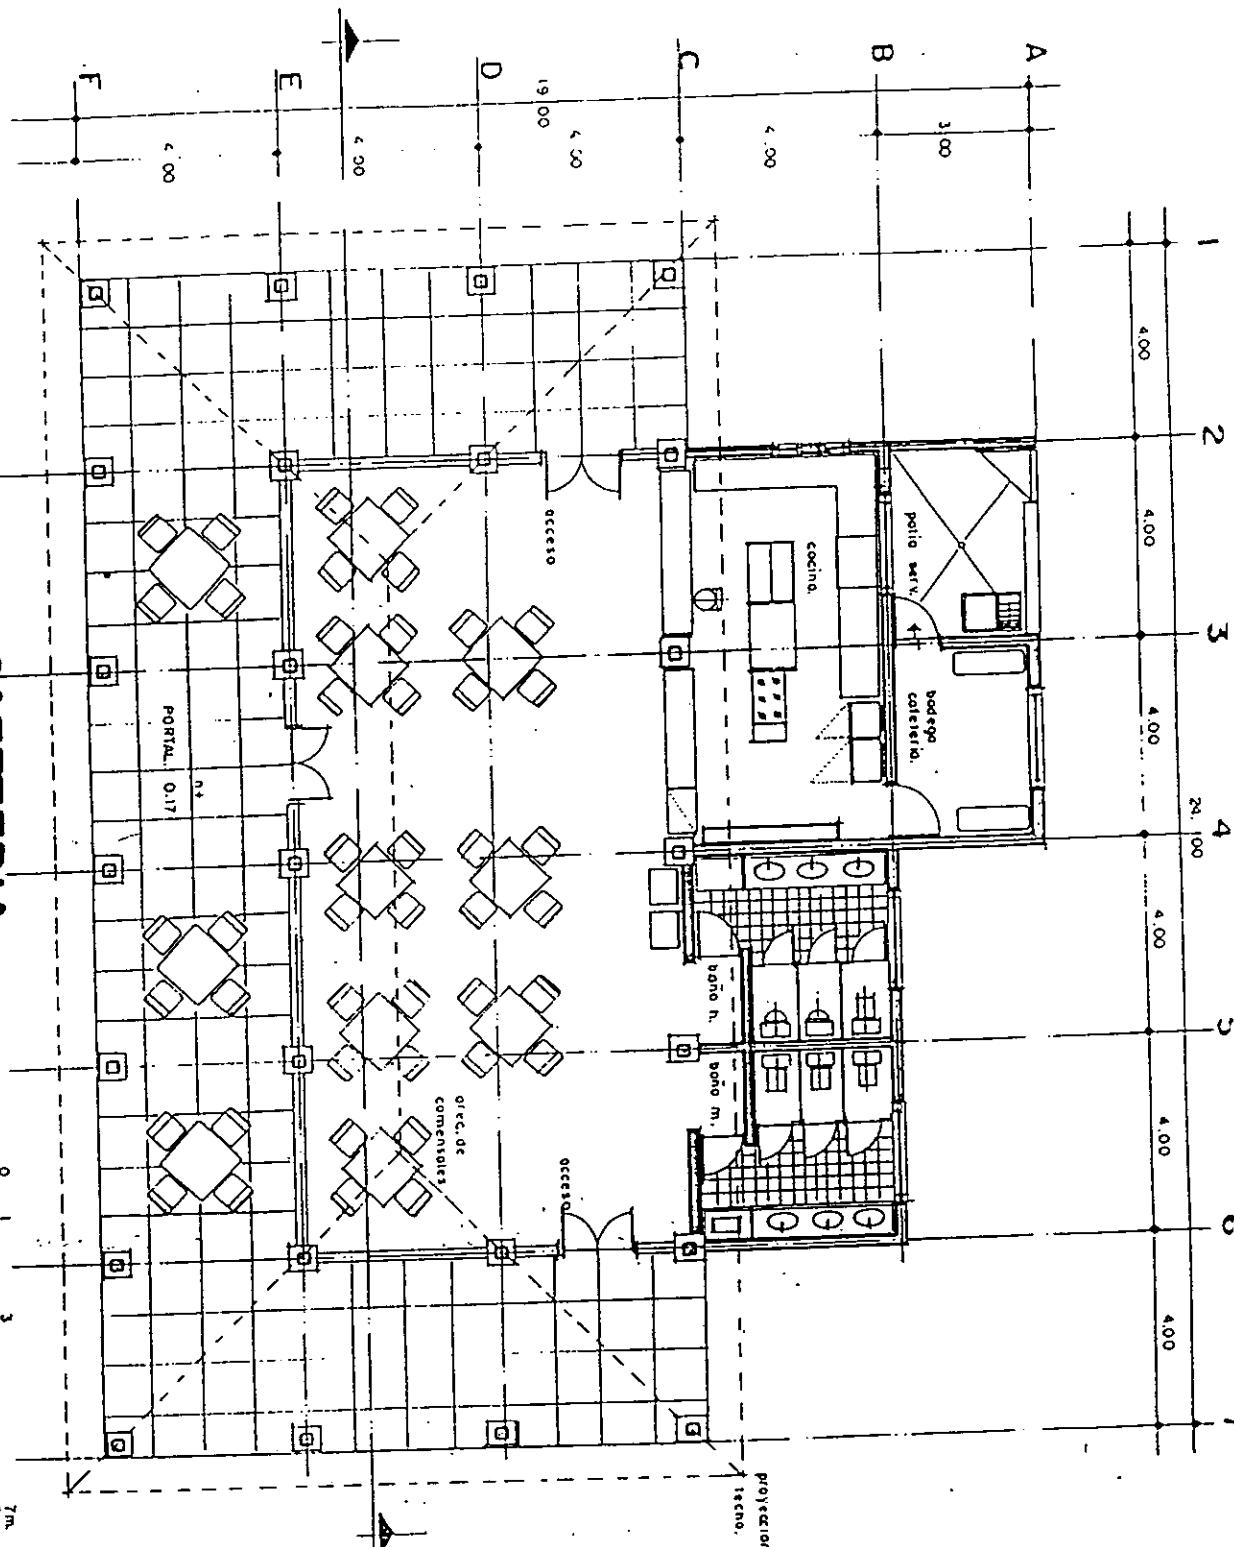

PLANTA ARQ. AUDITORIO.

TESIS PROFESIONAL

MÓDULO DEPOR


**MÓDULO DEPORTIVO EN ZIRACUARETIRO, MICH.**

CONTENIDO



PLANTA DE AUDITORIO

ESCALA:  
1:100

174

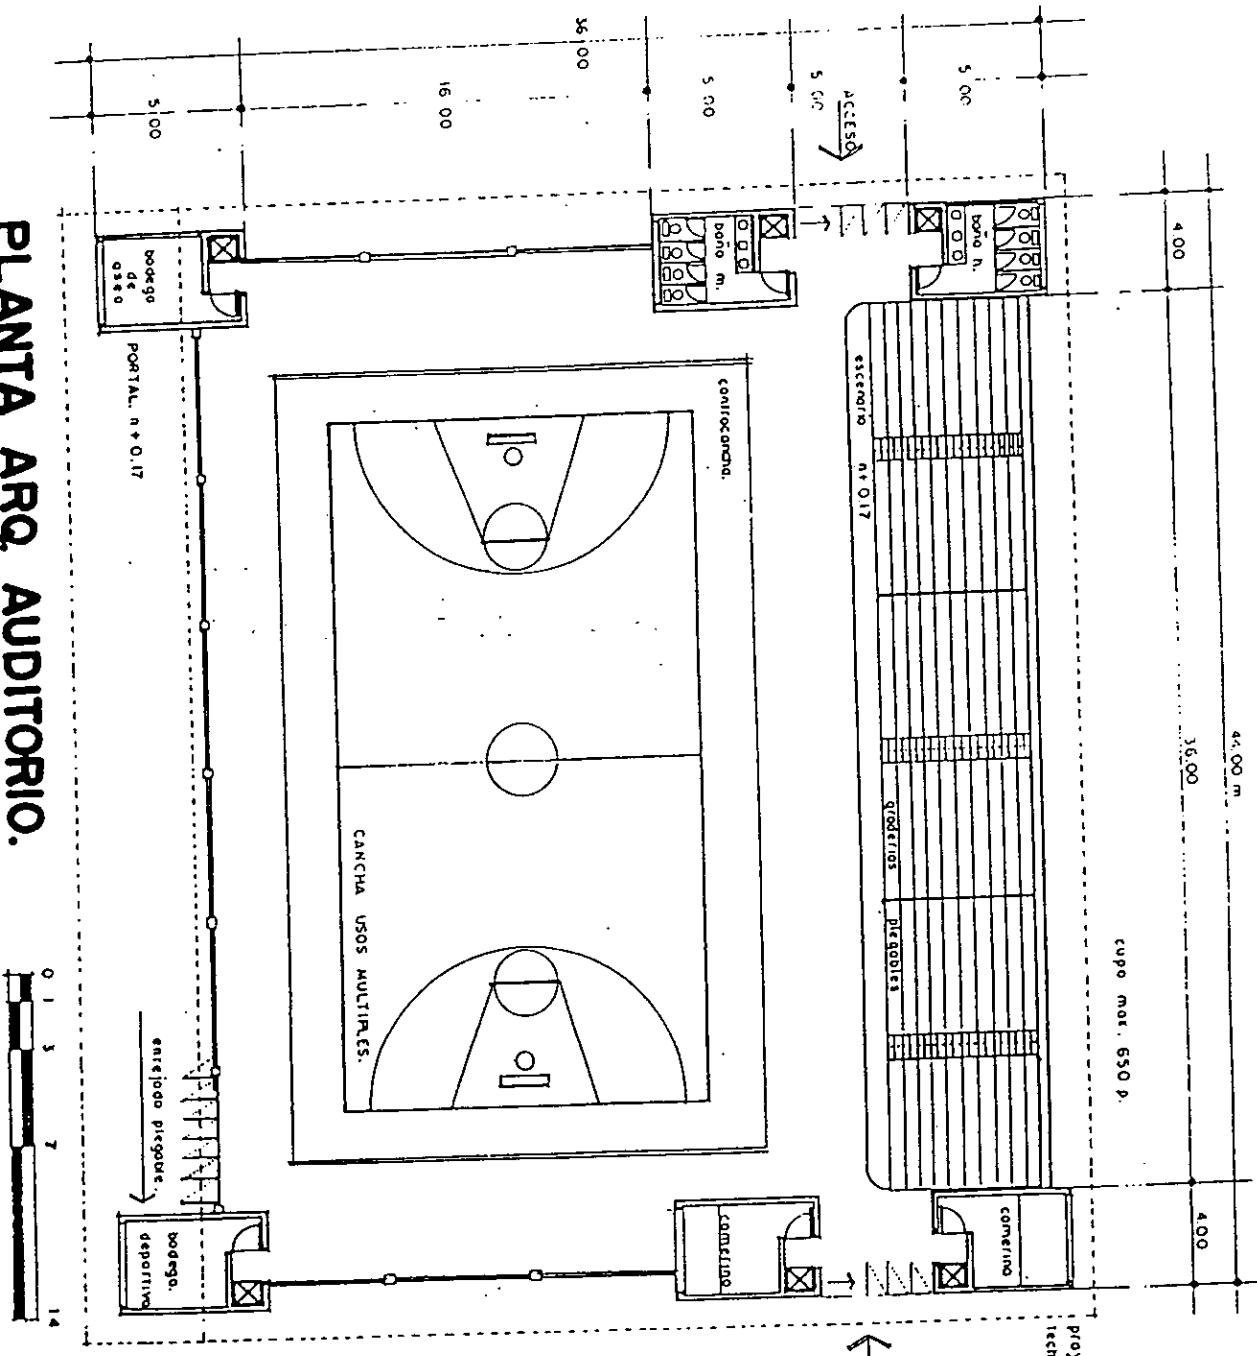

FACHADA PPAL.

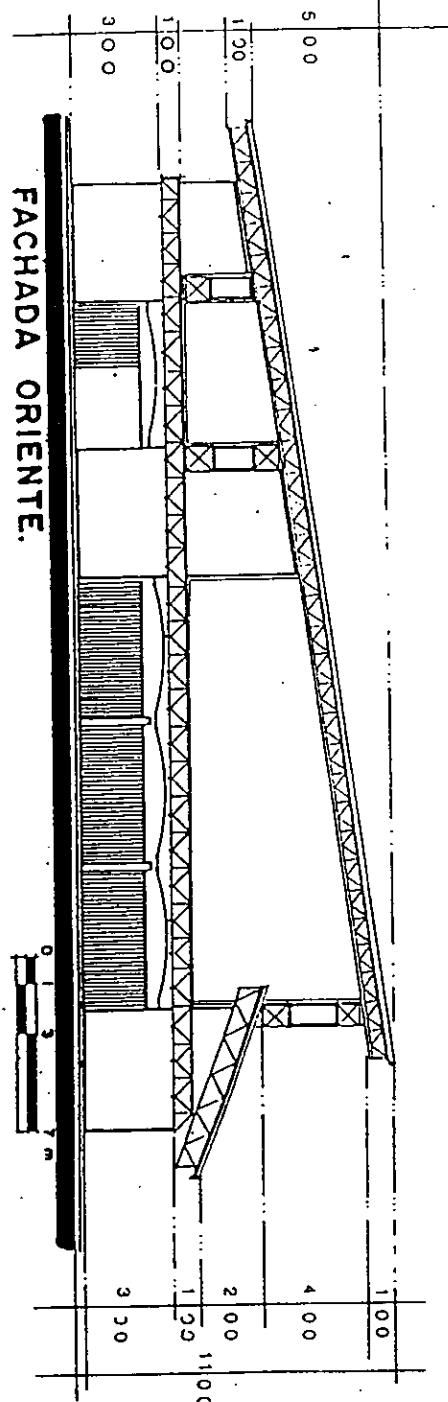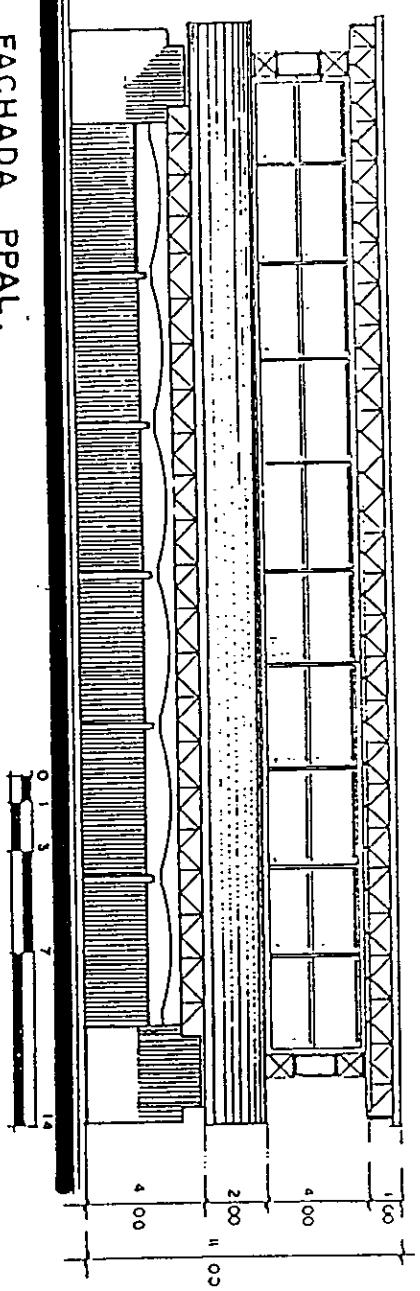

FACHADA ORIENTE.

TESIS PROFESIONAL

MÓDULO DEPORTIVO EN ZIRACUARETIRO, MICH.

ESCUELA DE ARQUITECTURA UNIVERSIDAD DON VASCO, A.C.

FRANCISCO GUSTAVO RUIZ HURTADO


CONTENIDO:


FACHADA AUDITORIO

PRINCIPAL Y ORIENTE

ESCALA:

1:100

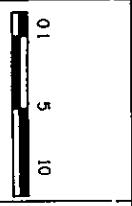

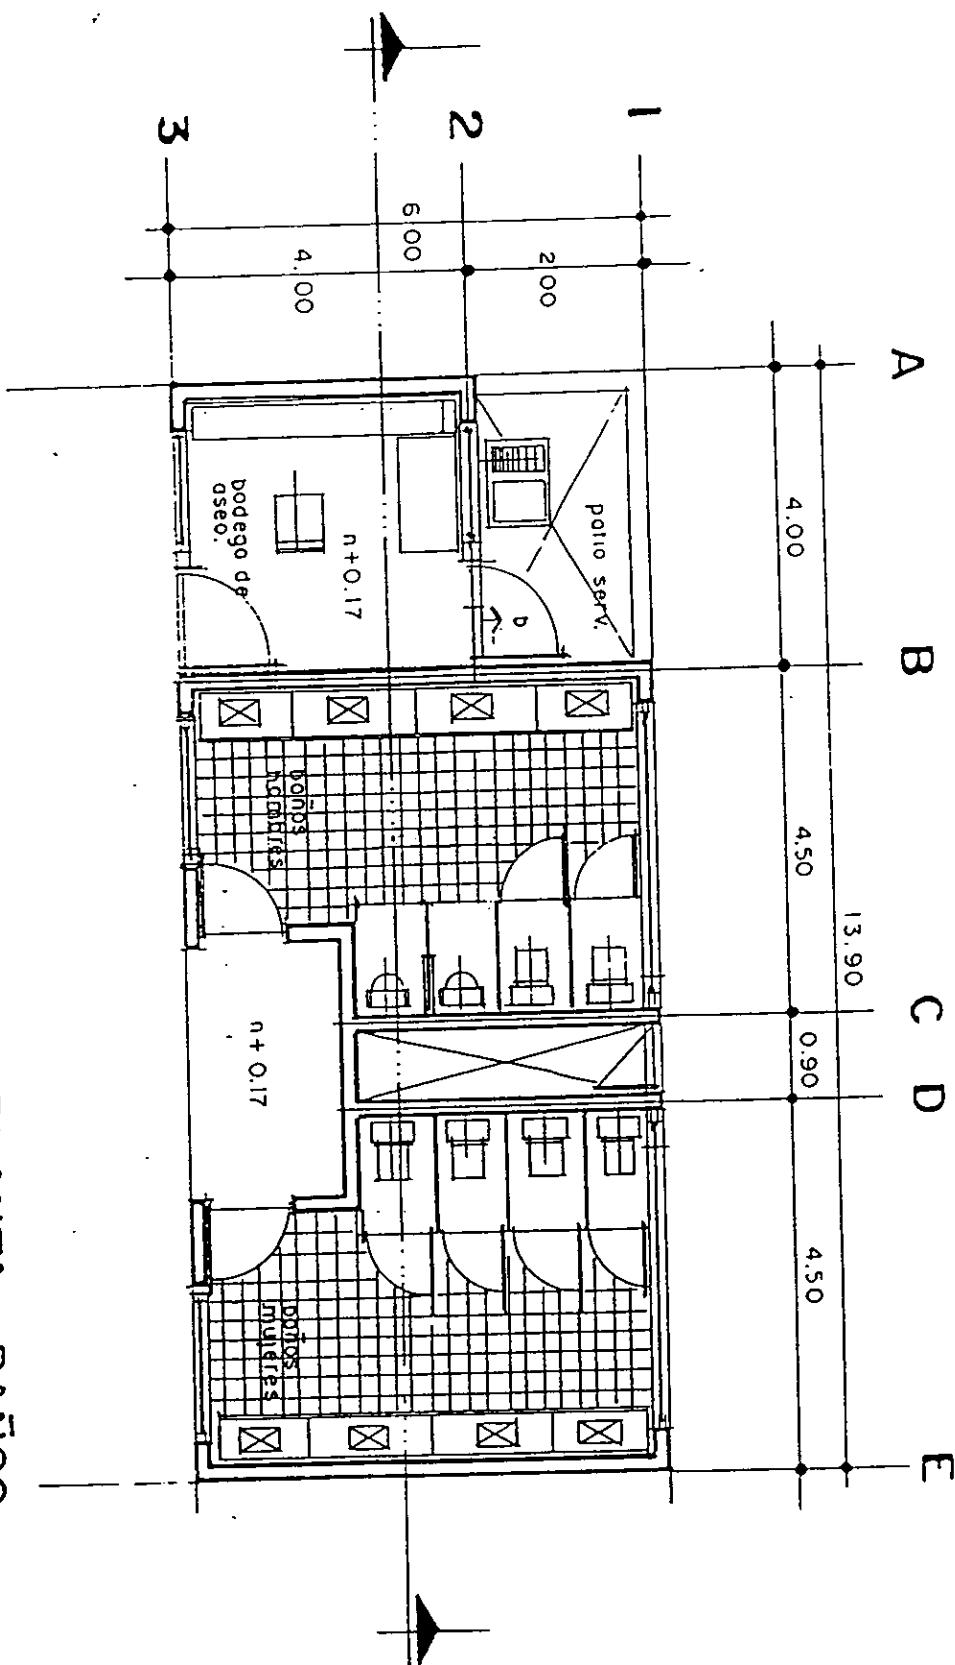

PLANTA BAÑOS.

|   |  |
|---|--|
| TESIS PROFESIONAL                                   | MÓDULO DEPORTIVO EN ZIRACUARETIRO, MICH. |
| ESCUELA DE ARQUITECTURA UNIVERSIDAD DON VASCO, A.C. |  |
| FRANCISCO GUSTAVO RUIZ HURTADO                      |  |
| CONTENIDO:  |  |
| ARQUITECTÓNICO                                      | PLANTA DE BAÑOS                          |

ESCALA: 1:100



01 5 10

TESTIS PROFESIONAL

MÓDULO DEPORTIVO EN ZIRACUARETIRO. MICH.

ESCUELA DE ARQUITECTURA UNIVERSIDAD DON VASCO, A.C.

FRANCISCO GUSTAVO RUIZ HURTADO

CONTENIDO:


FACHADA Y CORTE LONITUDINAL

BAÑOS


ESCALA: 1:100

177

## CORTE LONGITUDINAL.

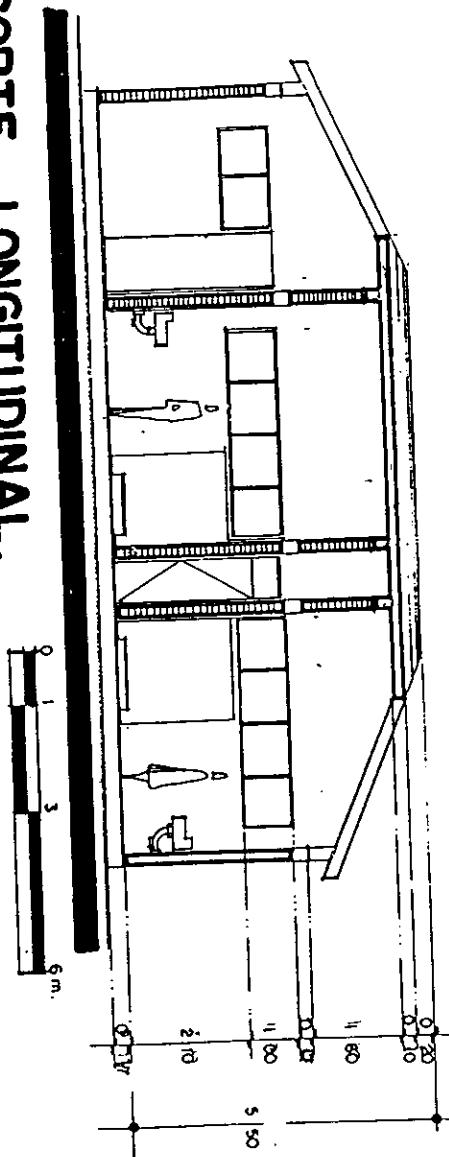

## FACHADA BAÑOS

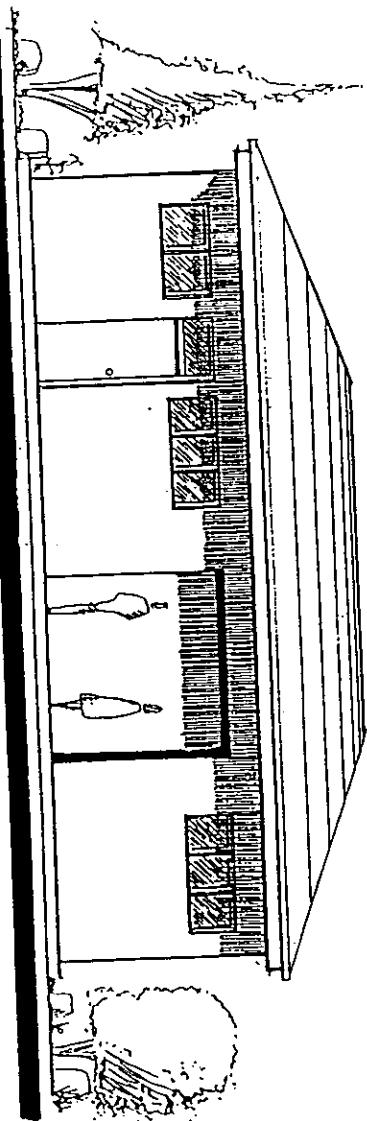


A

350 m.

O

230.00m

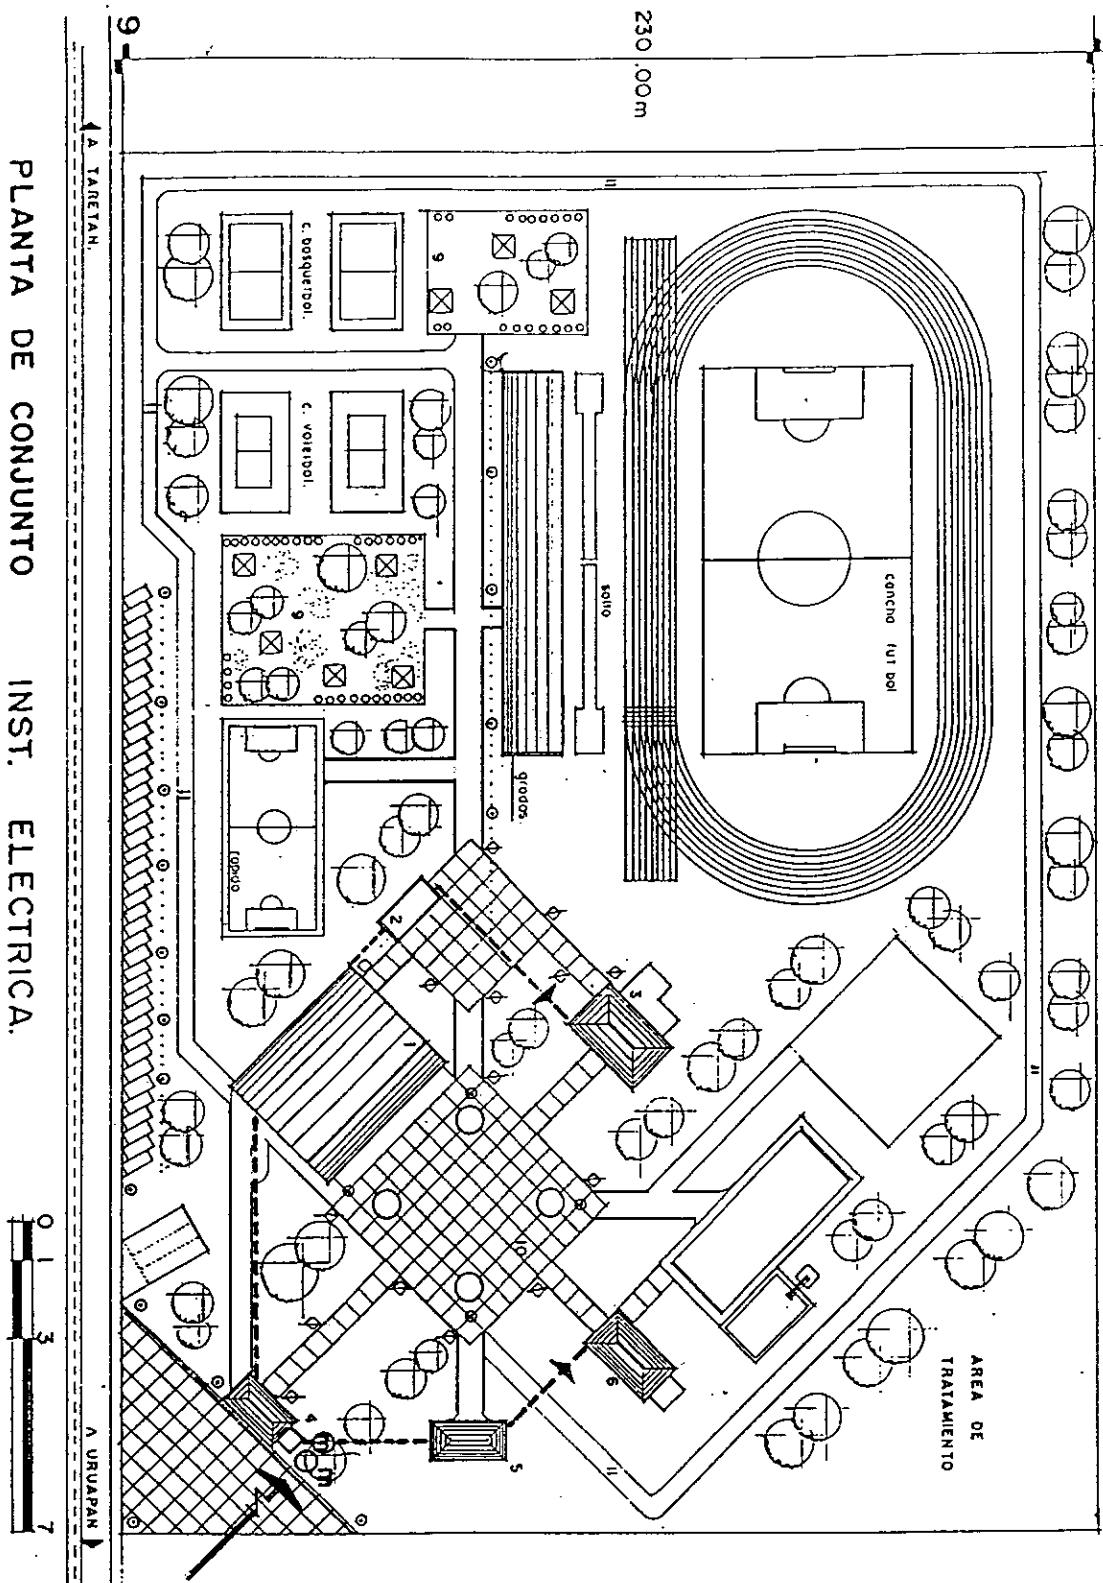

TESIS PROFESIONAL

MÓDULO DEPORTIVO EN ZIRACUARETIRO, MICH.

ESCUELA DE ARQUITECTURA UNIVERSIDAD DON VASCO, A.C.

FRANCISCO GUSTAVO RUIZ HURTADO

CONTENIDO:

INSTALACIÓN ELÉCTRICA

PLANTA DE CONJUNTO


ESCALA: 1:500



NORTE

178

|      |    |    |
|------|----|----|
| 0 10 | 30 | 70 |
|------|----|----|

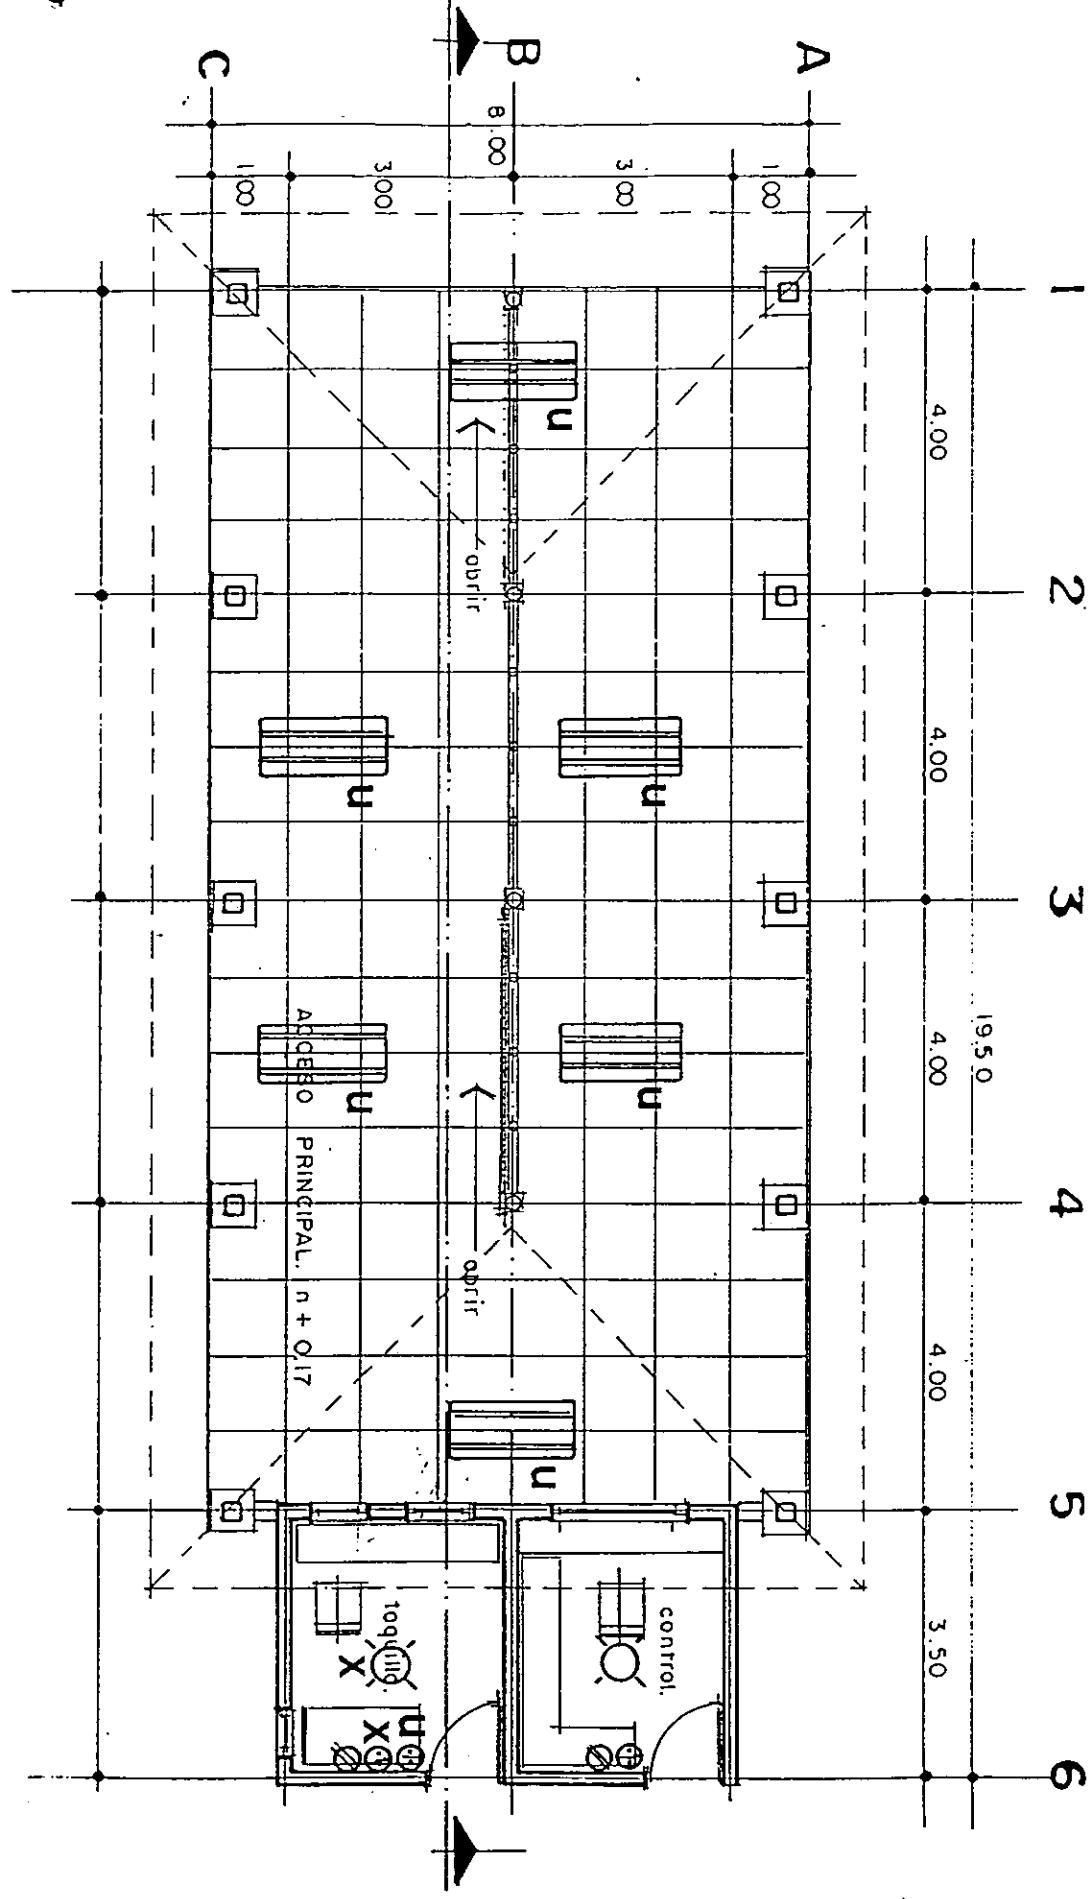

TESIS PROFESIONAL

**MÓDULO DEPORTIVO EN ZIRACUARETIRO, MICH.**

ESCUELA DE ARQUITECTURA UNIVERSIDAD DON VASCO, A.C.

FRANCISCO GUSTAVO RUIZ HURTADO

CONTENIDO:

INSTALACIÓN ELÉCTRICA

PLANTA DE TAQUILLA

ESCALA: 1:100



NORTE

0.1 5 10


1

2

3

4

5

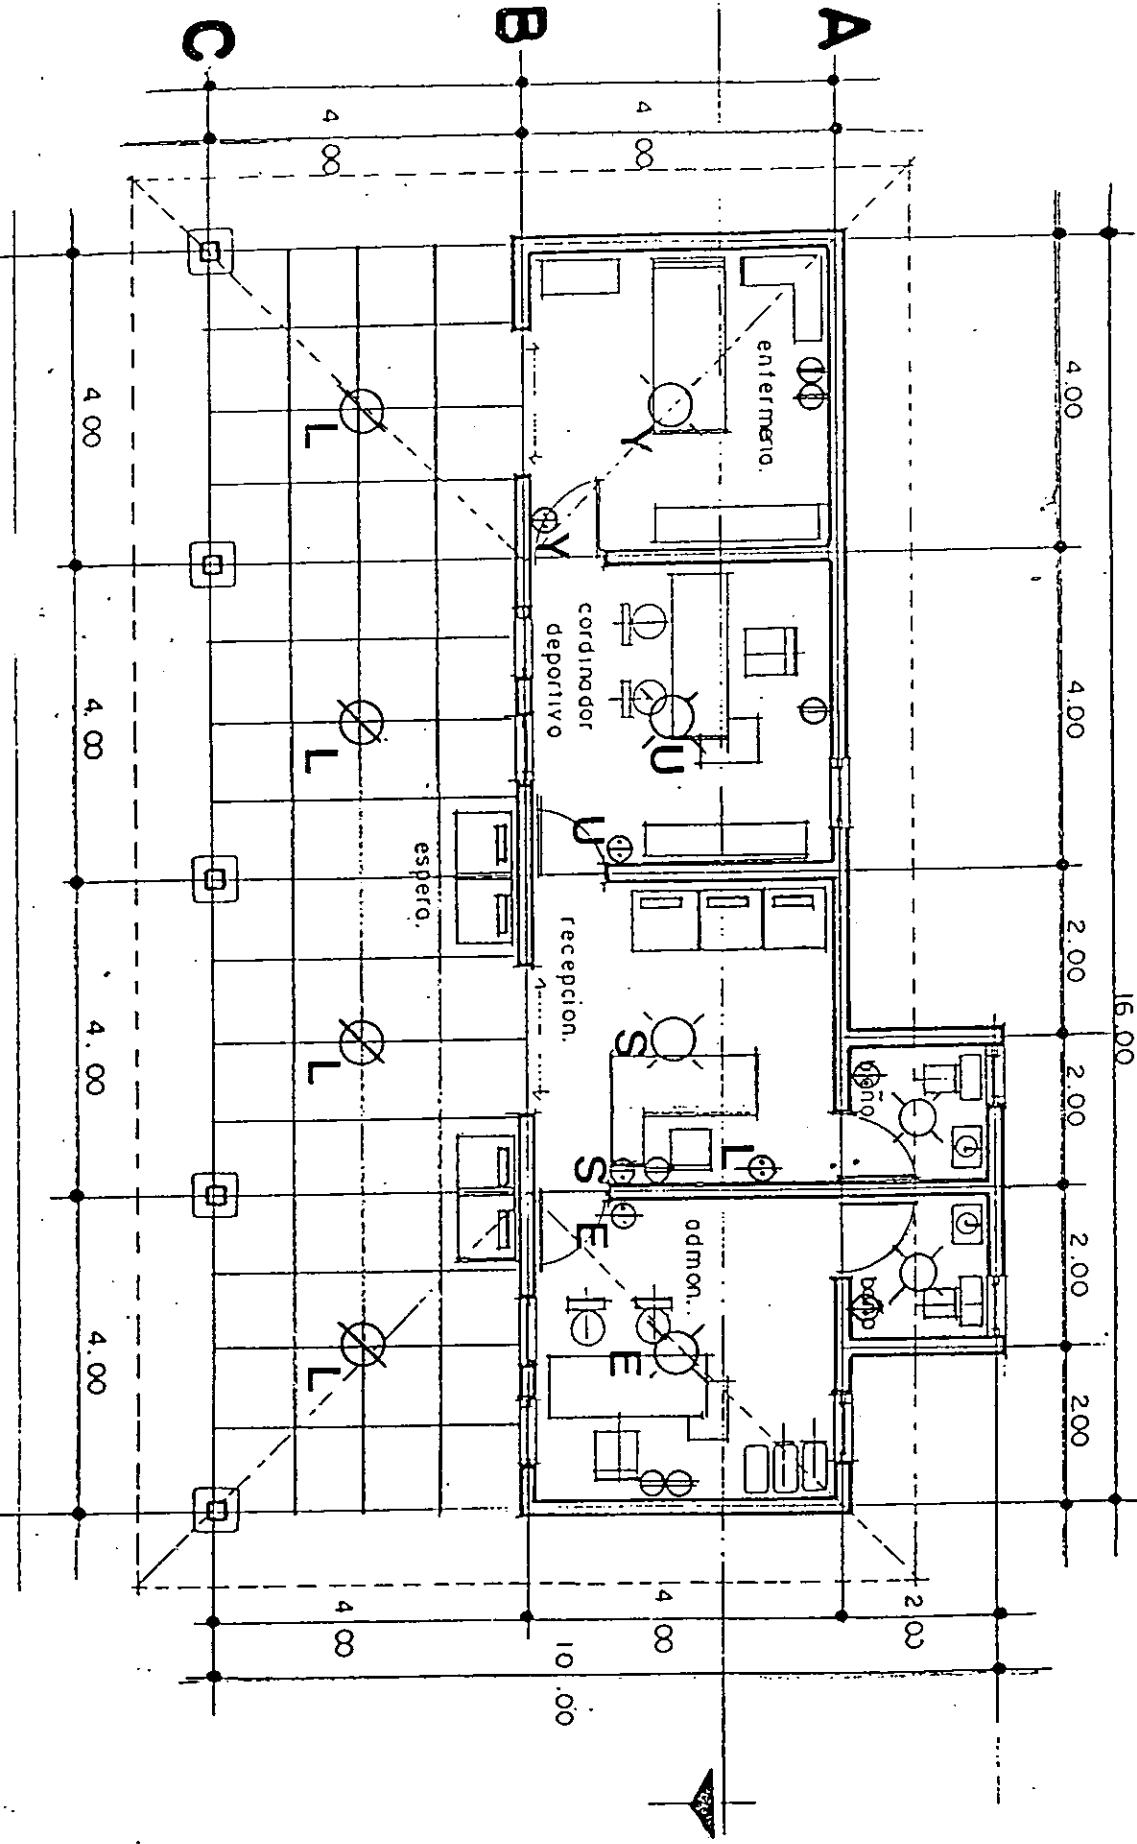

## INST. ELECTRICA.

TESTES PROFESIONAL

MÓDULO DEPORTIVO

EN ZIRACUARETIRO. MICH.

ESCUELA DE ARQUITECTURA UNIVERSIDAD DON VASCO, A.C.

FRANCISCO GUSTAVO RUIZ HURTADO

CONTENIDO:

INSTALACIÓN ELÉCTRICA


PLANTA DE ADMINISTRACIÓN

ESCALA:

1:100



# INST. ELECTRICA.

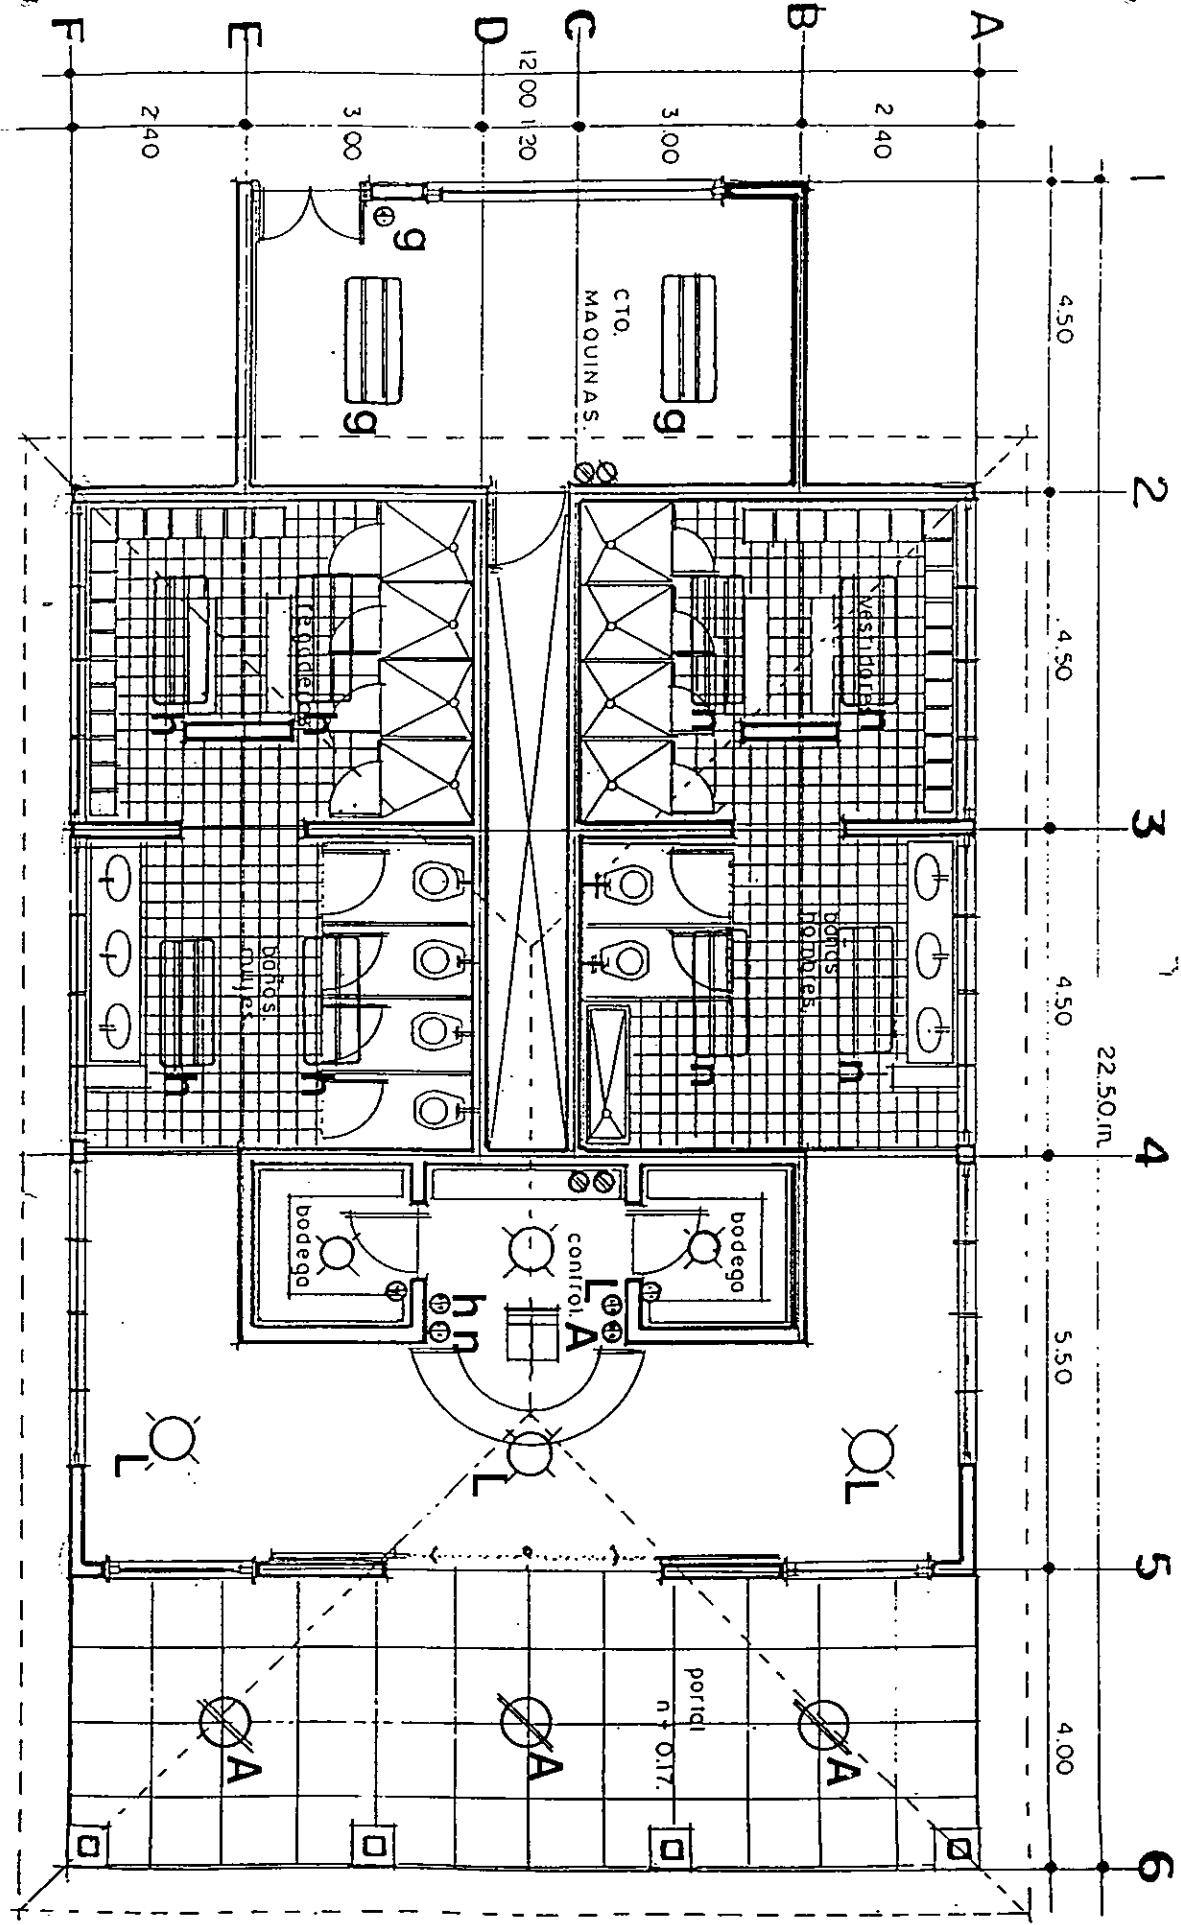

|   |  |
|---|--|
| TESIS PROFESIONAL                                   | MÓDULO DEPORTIVO EN ZIRACUARETIRO, MICH.               |
| ESCUELA DE ARQUITECTURA UNIVERSIDAD DON VASCO, A.C. | FRANCISCO GUSTAVO RUIZ HURTADO                         |
| CONTENIDO:  | INSTALACIÓN ELÉCTRICA PLANTA DE VESTIDORES Y REGADERAS |
| ESCALA:   | 1:100  |
| NORTE   |  |
| 180   |  |

# INST. ELECTRICA.

TESIS PROFESIONAL

MÓDULO DEPORTIVO EN ZIRACUARETIRO, MICH.

ESCUELA DE ARQUITECTURA UNIVERSIDAD DON VASCO, A.C.

FRANCISCO GUSTAVO RUIZ HURTADO

CONTENIDO:

INSTALACIÓN ELÉCTRICA


PLANTA DE CAFETERÍA

ESCALA:  
1:100

NORTE

181


ESCALA GRAFICA

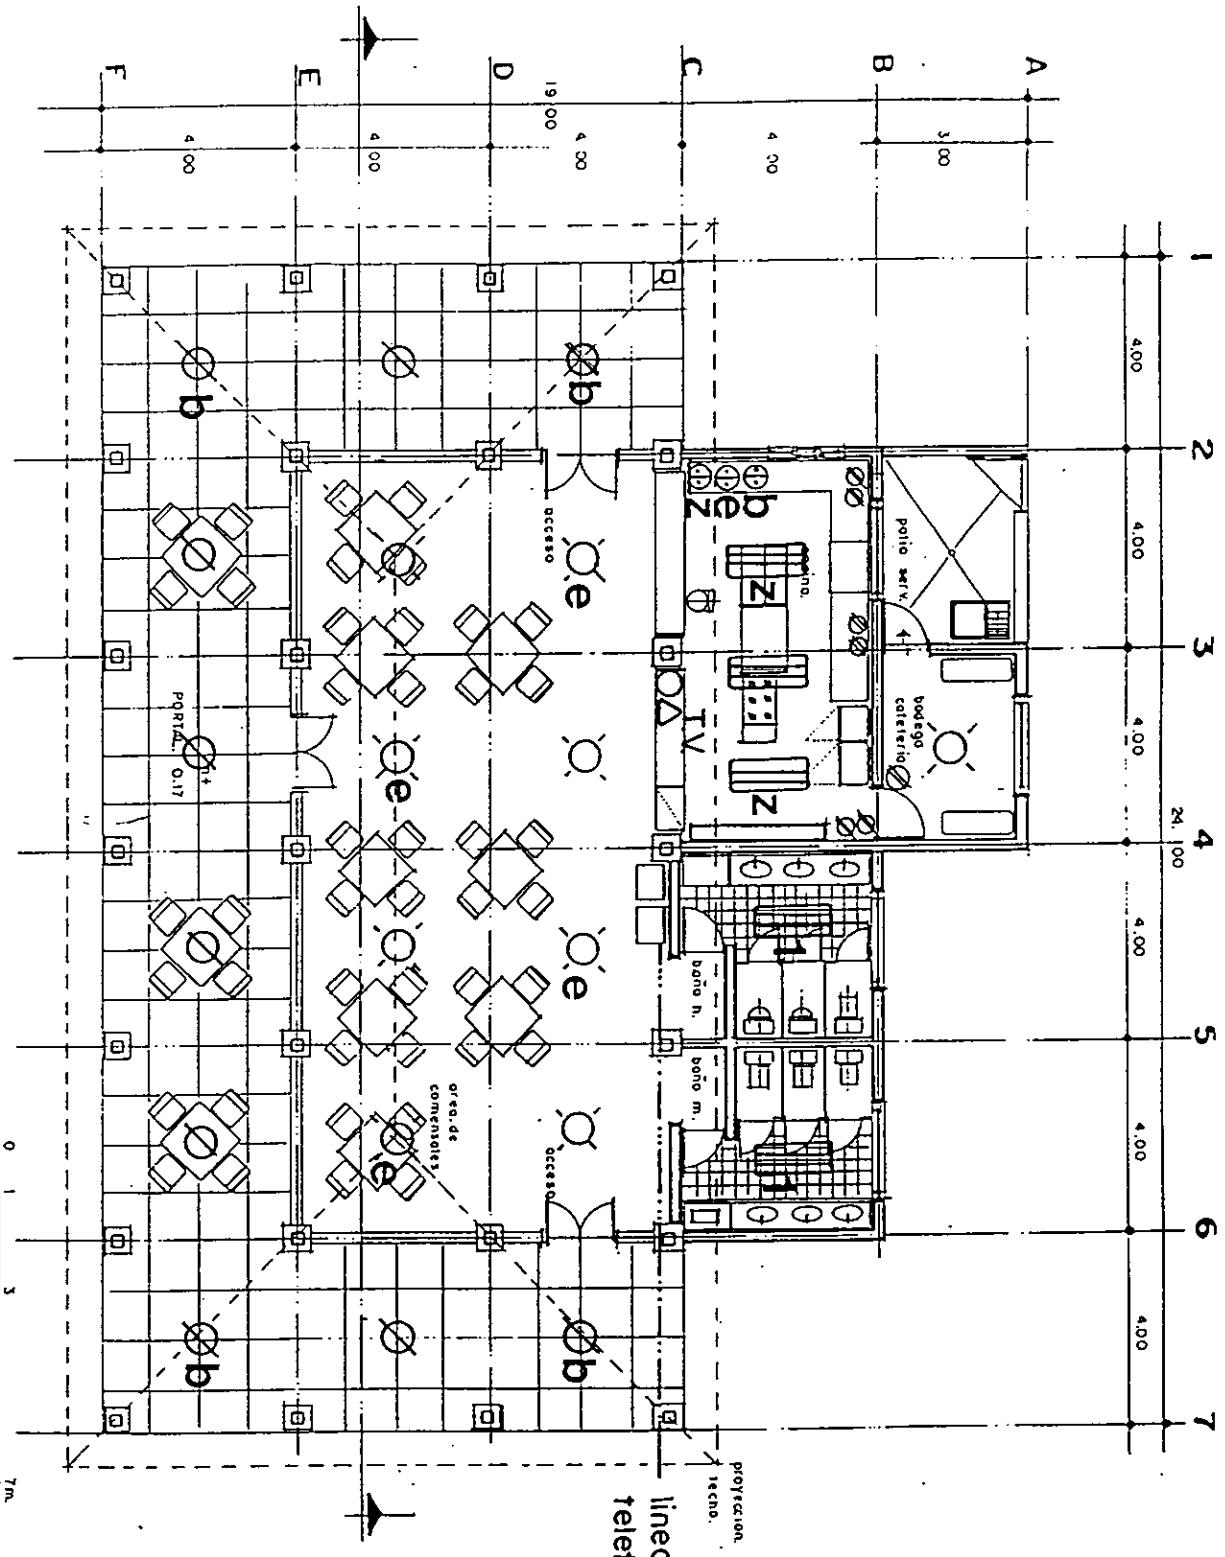



## INSTALACION ELECTRICA.

## PLANTA BAÑOS.

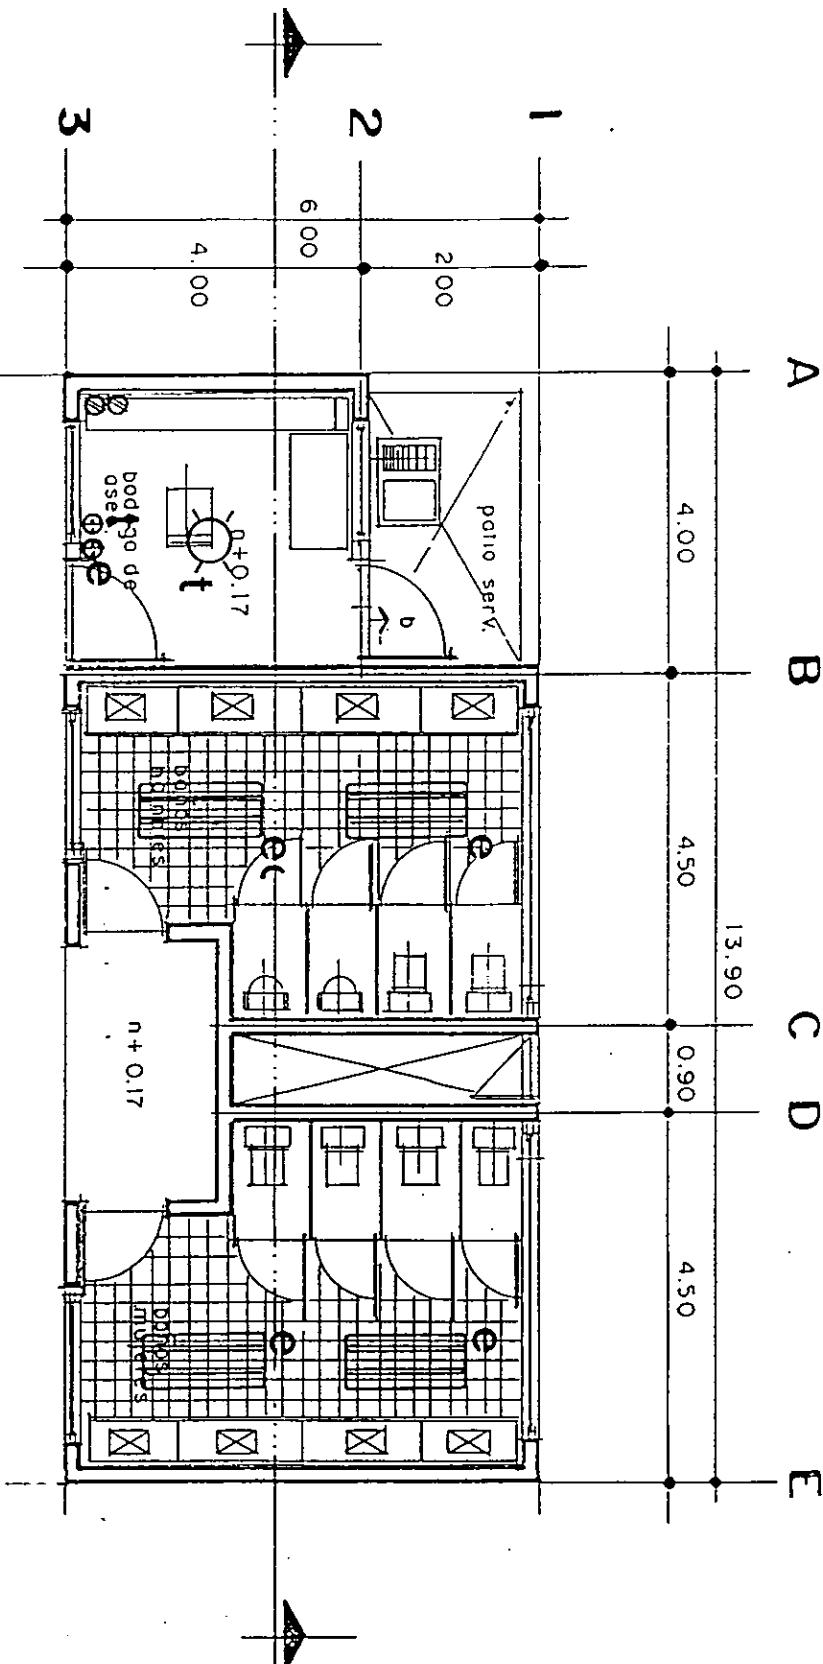

TESIS PROFESIONAL

MÓDULO DEPORTIVO

EN ZIRACUARETIRO, MICH.

ESCUELA DE ARQUITECTURA UNIVERSIDAD DON VASCO, A.C.

FRANCISCO GUSTAVO RUIZ HURTADO  
CONTENIDO:  
INSTALACIÓN ELÉCTRICA

INSTALACIÓN ELÉCTRICA


PLANTA DE BAÑOS

ESCALA: 1:100

NORTE

183



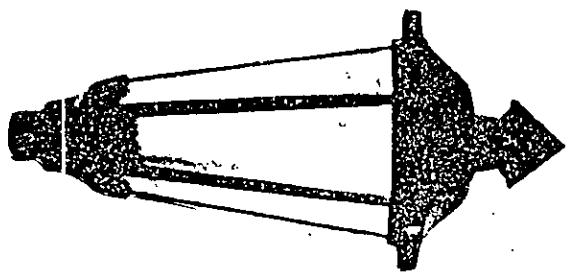


Decorativo Y Atractivo para  
áreas de gran lujo para  
usarse con Vapor Sodio y  
Vapor de Mercurio.


FAROL BARROCO

POSTE METALICO


Cónico Circular, Rectangular Circular, Cónico Cuadrado,  
Cónico Hexagonal, Andas, Brazos y Abrazaderas,

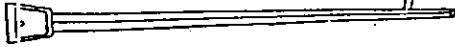

## DETALLE ILUMINACION EXTERIOR.

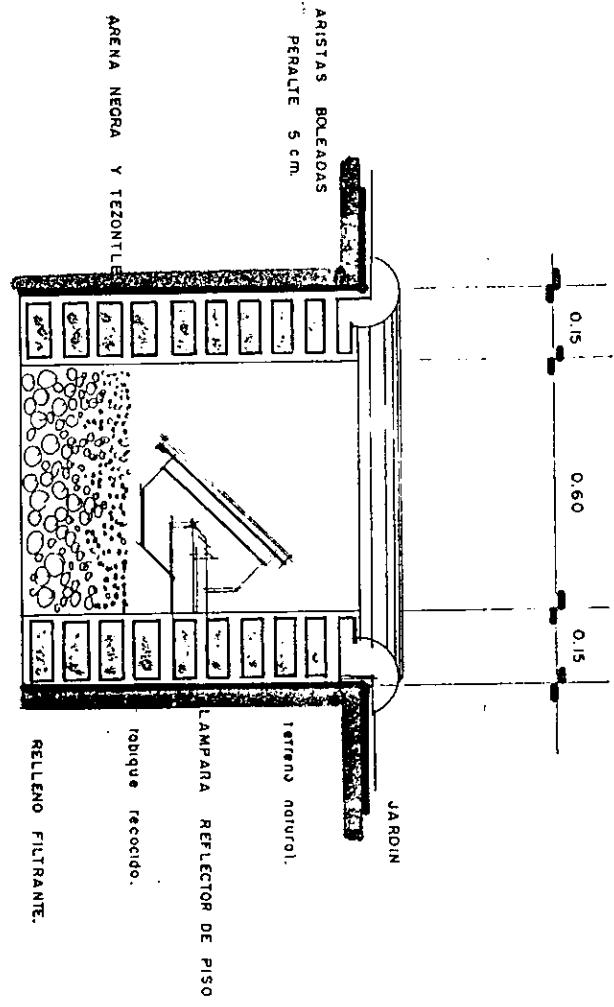

El Farol Luminario Ideal  
para Bodegas, Tiendas e Industrias se tiene  
en tres medidas 14", 18" y 21" para usarse con  
Vapor Mercurio, Aditivos Metálicos y Vapor Sodio.

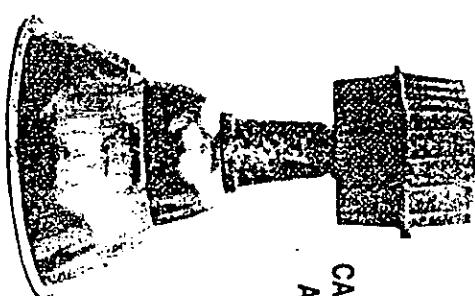

### CUADRO DE CARGAS.

| Gasto watts | 100 | 100 | 125 | 250 | 75 | 250 | 250 | Watts + | Amperes | Fase   |
|-------------|-----|-----|-----|-----|----|-----|-----|---------|---------|--------|
| Círcuito    | ○   | ○   | ○   | ○   | ○  | ○   | △   |         |         |        |
| 1           |     | 2   | 2   | 2   | 6  |     |     | 900     | 7,08    |        |
| 2           |     | 4   | 4   | 6   |    |     |     |         | 1.425   | 11,22  |
| 3           |     | 3   | 3   | 4   | 10 |     |     |         | 1.850   | 14,56  |
| 4           |     | 4   | 10  | 6   | 5  |     |     |         | 2.525   | 19,88  |
| 5           |     |     |     | 6   | 20 |     |     |         | 6.650   | 52,36  |
| 6           |     |     |     | 2   | 12 |     |     |         | 550     | 4      |
| 7           |     |     |     |     | 4  |     |     |         | 5.250   | 41     |
| 8           |     |     |     |     |    | 21  |     |         | 3.500   | 27     |
| 9           |     |     |     |     |    |     | A   | 14      | 3.000   | 24     |
| 10          |     |     |     |     |    |     | B   | R       | E       | B      |
|             |     |     |     |     |    |     |     |         |         | 12.300 |
|             |     |     |     |     |    |     |     |         |         | 25650  |

Tensión en volts  
corriente en amperes.

carga mayor - carga menor x 100

carga mayor

$$13,350 - 12,300 \times 100 = 105,000 =$$

7,8


$$13350 \quad 13,5000$$

Volts = 220 = 127 Por ser corriente trifásica


$$\begin{aligned} P &= \text{Amperes} = 3 \\ E &= \text{Volts} = 127 \\ 3 \times 220 &= 173 \times 200 = 3,81 \end{aligned}$$

$$41,150 = 108,000 \text{ Amperes.}$$

324

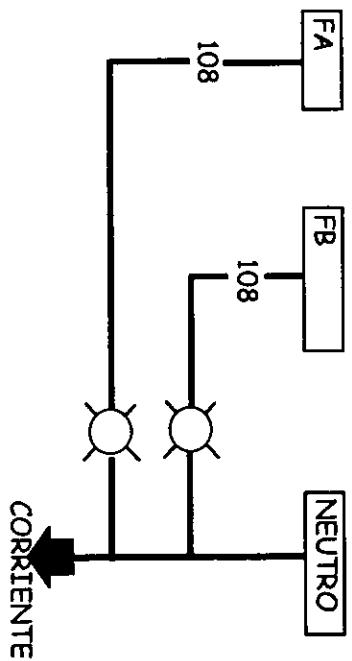


## DIAGRAMA UNIFILAR

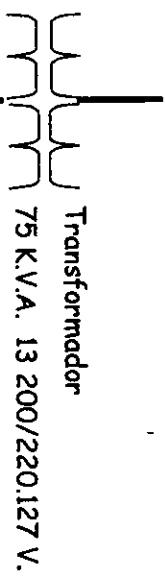


Acometida y Mufa C.F.E.  
Cable T.H.W. 3/0 3 F.N.

Línea principal

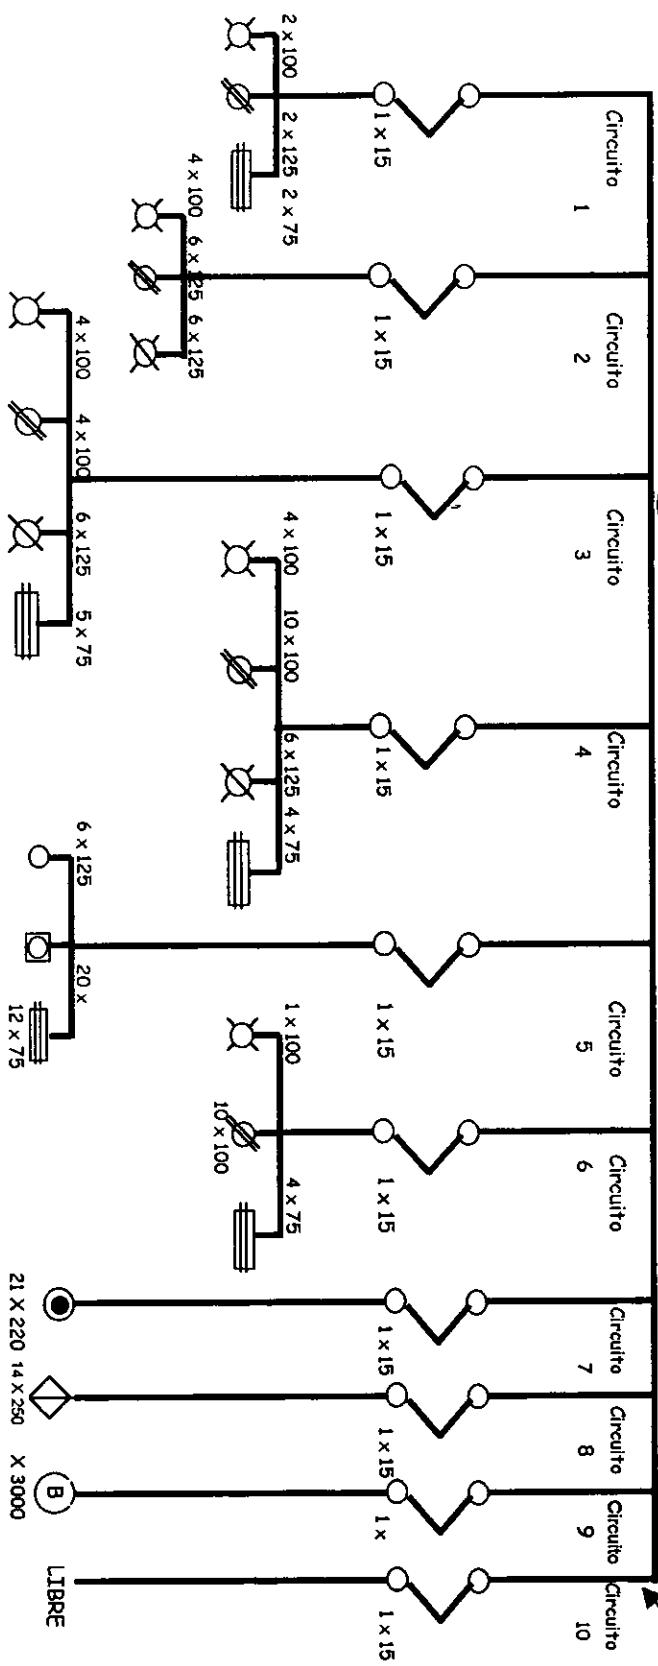

## PLANTA DE CONJUNTO

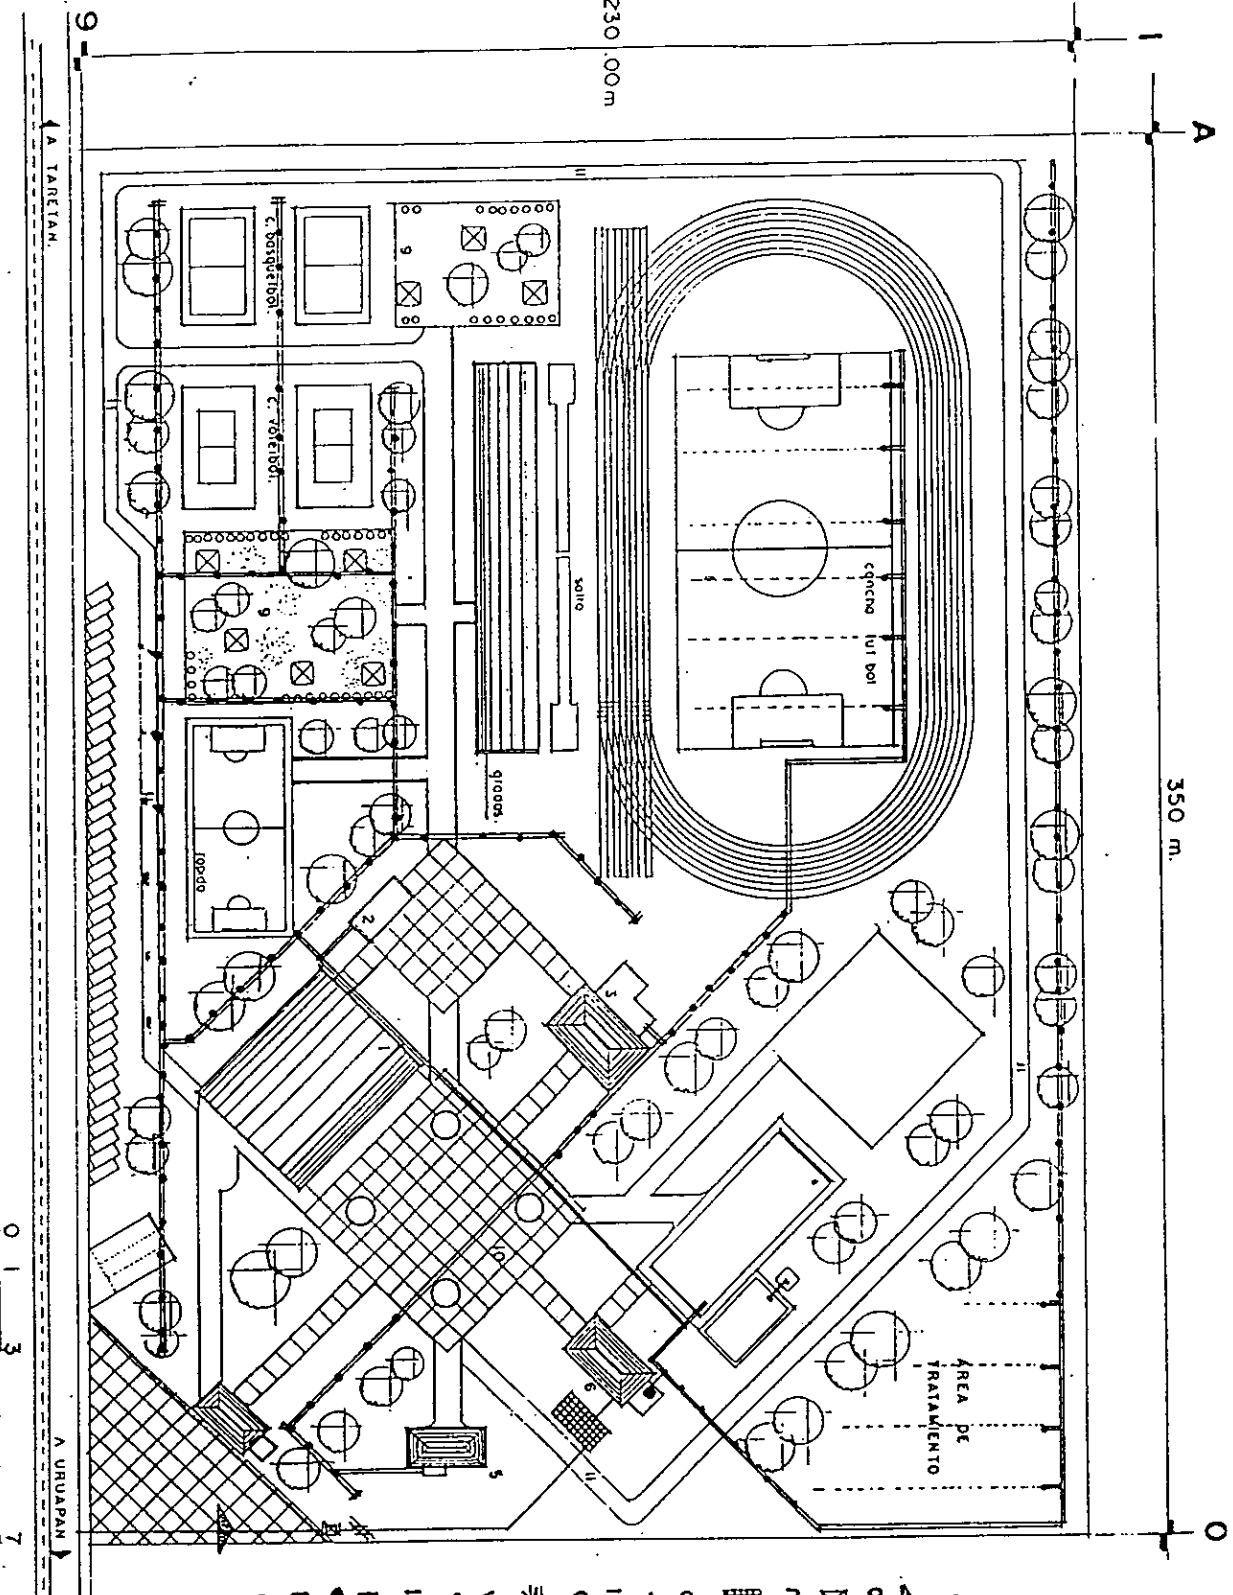

ESCALA PROFESIONAL

MÓDULO DEPORTIVO EN ZIRACUARETIRO, MICH.

ESCUELA DE ARQUITECTURA UNIVERSIDAD DON VASCO, A.C.

FRANCISCO GUSTAVO RUIZ HURTADO

CONTENIDO:

INSTALACIÓN HIDRÁULICA

PLANTA DE CONJUNTO

ESCALA: 1:500

NORTE

187

卷之三

ΕΛΛΗΝΙΚΑ ΒΙΒΛΙΑ

卷之三

一  
〇〇

01 5 10  
  
 ESCUELA DE ARQUITECTURA UNIVERSIDAD NACIONAL  
**FRANCISCO GUSTAVO RUIZ HURTADO**

104


**MÓDULO DEPORTIVO EN ZIRACUARETIRO, MICH.**


**ESCUELA DE ARQUITECTURA UNIVERSIDAD DON VASCO, A.C.**

**FRANCISCO GUSTAVO RUIZ HURTADO**

**ESCALA:**

INST. HIDRAULICA

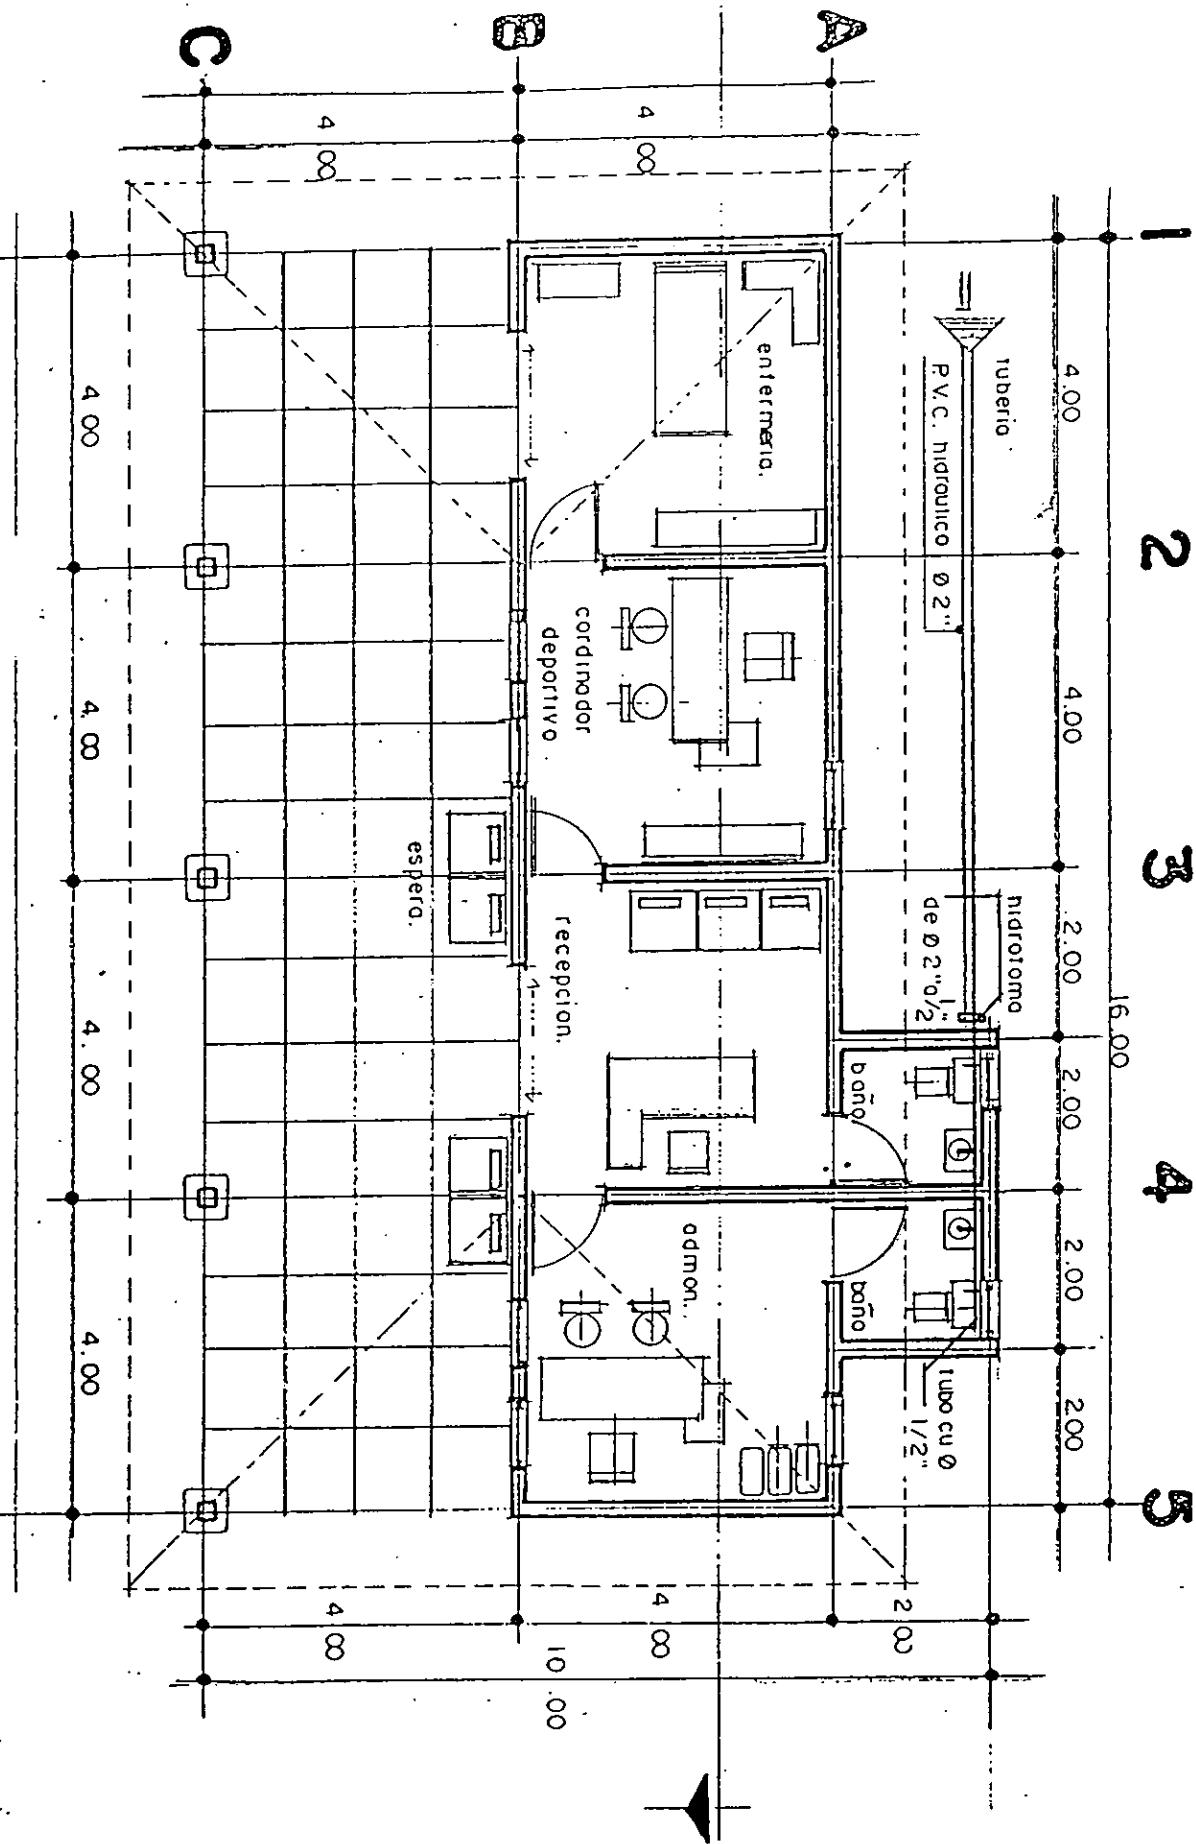

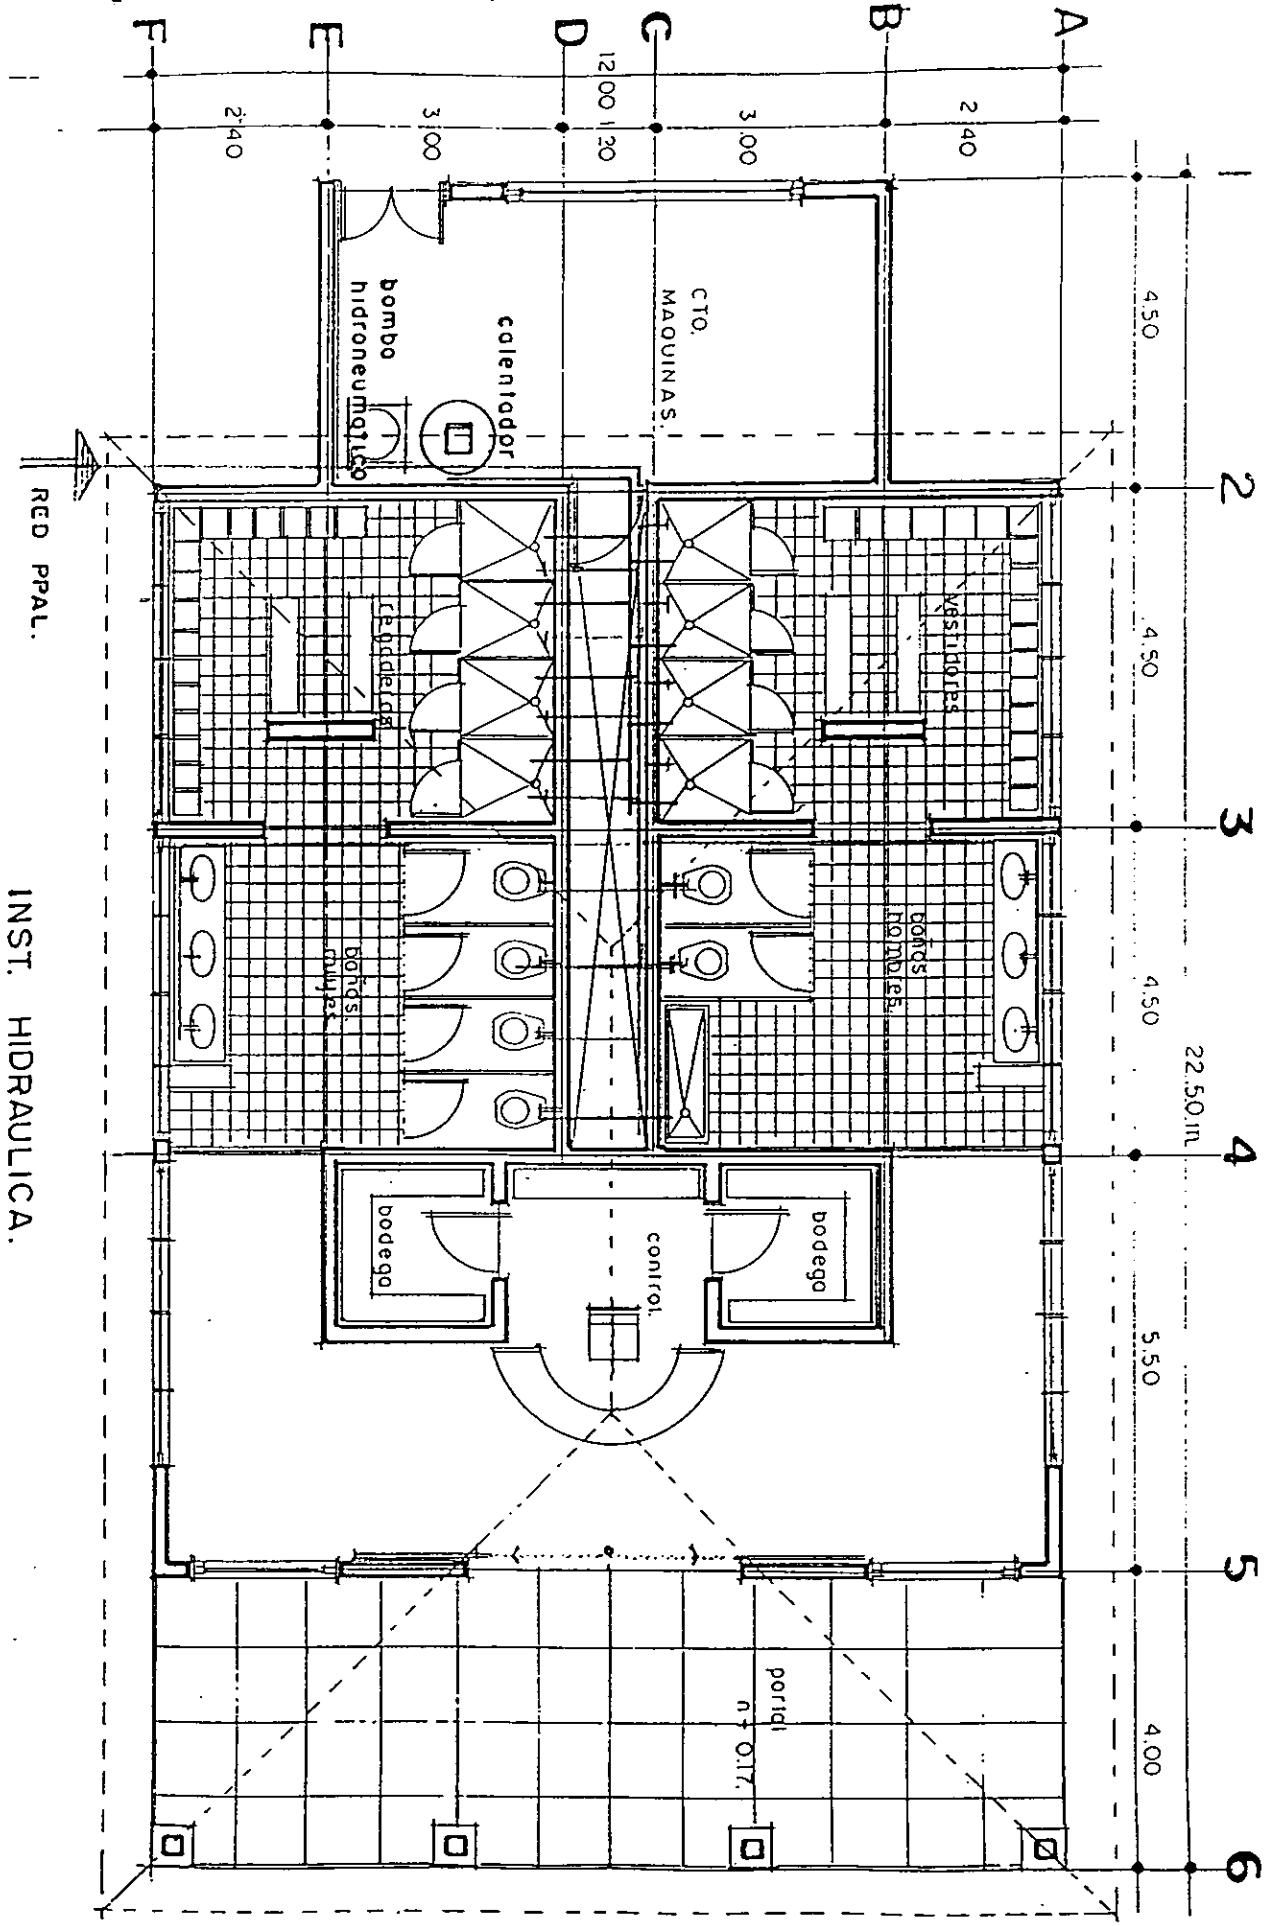

TESTS PROFESIONAL

MÓDULO DEPORTIVO EN ZIRACUARETIRO. MICH.

ESCUELA DE ARQUITECTURA UNIVERSIDAD DON VASCO, A.C.

FRANCISCO GUSTAVO RUIZ HURTADO


CONTENIDO:

INSTALACIÓN HIDRÁULICA

PLANTA DE VESTIDORES Y REGADERAS

ESCALA:  
1:100

# INST. HIDRAULICA.

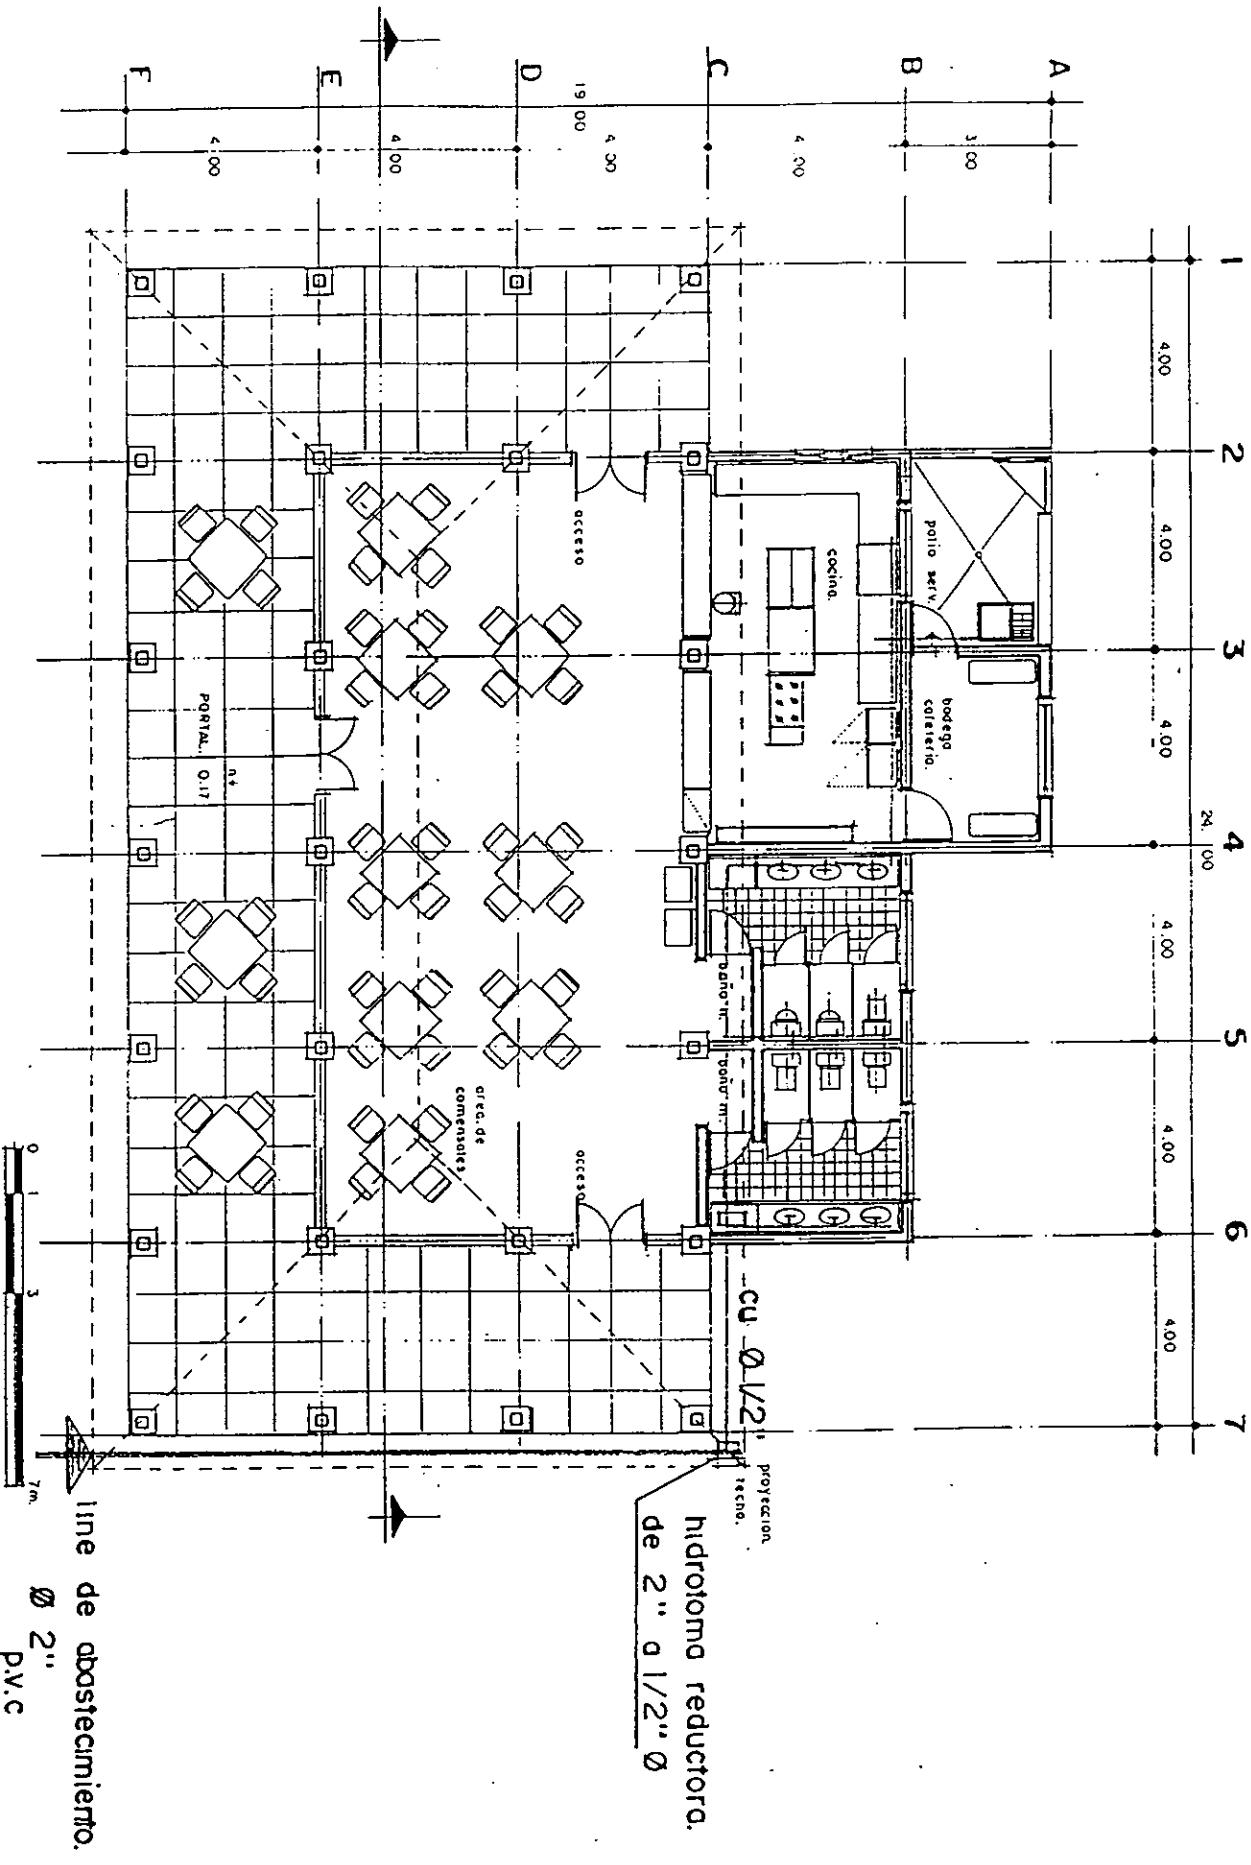


TESTIS PROFESIONAL MÓDULO DEPORTIVO EN ZIRACUARETIRO, MICH.  
ESCUELA DE ARQUITECTURA UNIVERSIDAD DON VASCO, A.C.  
FRANCISCO GUSTAVO RUIZ HURTADO  
CONTENIDO:  
INSTALACIÓN HIDRAULICA PLANTA DE CAFETERIA  
ESCALA: 1:100 ESCALA GRAFICA

NORTE  
190

## INST. HIDRAULICA.

### PLANTA BAÑOS.

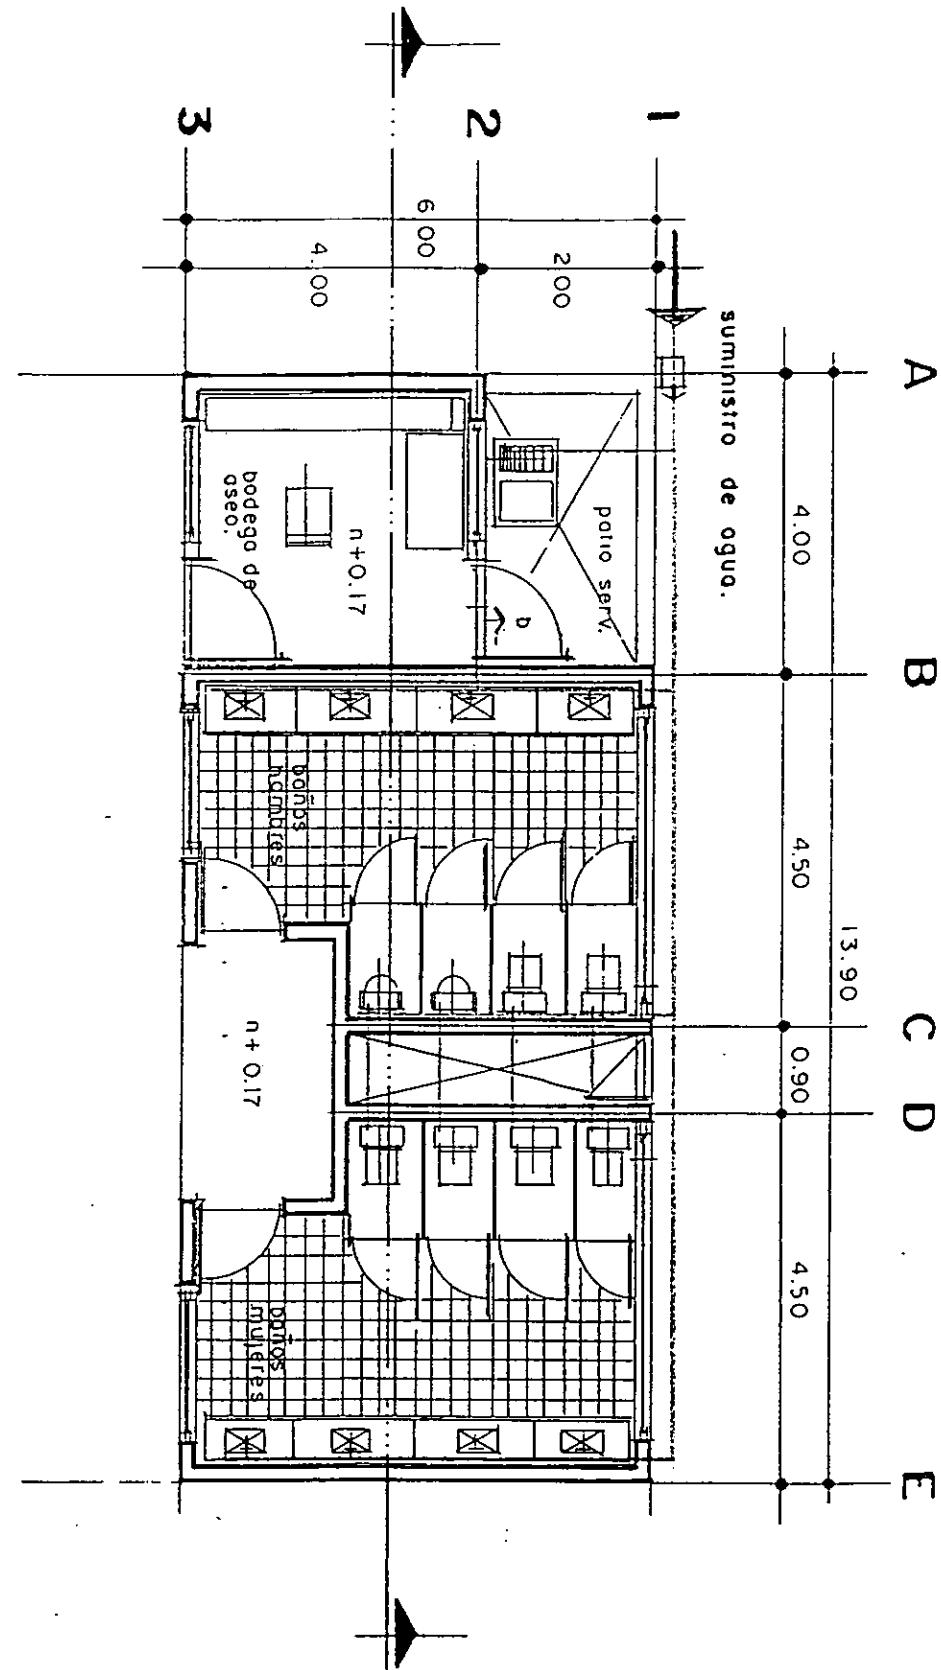

|   |  |
|---|--|
| TESTIS PROFESIONAL                                  | MÓDULO DEPORTIVO EN ZIRACUARETIRO, MICH. |
| ESCUELA DE ARQUITECTURA UNIVERSIDAD DON VASCO, A.C. |  |
| FRANCISCO GUSTAVO RUIZ HURTADO                      |  |
| CONTENIDO:  |  |
| INSTALACIÓN HIDRAULICA                              |  |
| PLANTA DE BAÑOS                                     | ESCALA: 1:100                            |
| NORTE   | 191                                      |

## • CRITERIOS PARA LA RED HIDRÁULICA.

### 1. CONDICIONANTES.

- Tipo de aparatos
- Presión de la red.
- Velocidad máxima de la red.
- Tipo de instalación.

### 2. ESTIMACIÓN DE LA DEMANDA.

- Consumo de unidades mueble.
- Consumo de U.M. para agua caliente (75%) máximo y solo los muebles que utilicen agua caliente.
- Utilización de gráficas para uso simultáneo en muebles instalados.

### 3. DETERMINACIÓN DEL MEDIDOR Y $\varnothing$ .

- Se toma en cuenta el consumo en litros mínimo.

### 4. CÁLCULO DE CARGA DISPONIBLE.

- Se obtiene de la distinción entre la conexión de la red municipal y salida al artefacto más prolongado o alejado esto es para vencer la fricción en tubería.

## 5. CÁLCULO DE LA PÉRDIDA DE LA CARGA ADMISIBLE.

- La pérdida de la carga está dada por la fórmula:

$$P = cd \frac{m}{m} \times 1000 = m/Km.$$

- $Id + Ia$
- $P$  = pérdida de la carga.
- $Cd$  = carga disponible.
- $Id$  = Longitud al aparato más crítico.
- $Ia$  = longitud

## 6. CÁLCULO DE DIÁMETROS.

- Este se hace aplicando el monograma de Hazen Williams basado en la demanda el lts./seg. y pérdida de carga admisible.

## 7. CÁLCULO DE LAS DERIVACIONES EN LOS APARATOS.

- Se obtiene a través de una tabla y son los mínimos permisibles.

## 8. RESTO DEL SISTEMA.

- Para las áreas jardinadas y áreas verdes se tomará en cuenta un sistema de riego de apoyo como aspersores y rociadores y enseguida se hace un cálculo abierto de esto.

## • CÁLCULO DE LA CISTERNA.

- ◆ Por reglamento sanitario nacional se consideran 100 lts. por persona por día para instalaciones de tipo público.
- ◆ Se estima un uso simultáneo de 32 usuarios por lo cual el gasto diario en instalaciones será:

$$32 \times 100 = 3200 \text{ lts. diarios.}$$

Se considera una reserva útil de mínimo tres días como capacidad de almacenamiento.

$$3200 \times 3 = 9600 \text{ Lts.}$$

- ♦ a esto se le debe sumar el gasto en áreas jardinadas.

Que es de 1.4 lts. x m<sup>2</sup>.

Tenemos un terreno de 60,000 m<sup>2</sup> x 1.4 lts. = 84,000 Lts.

- ♦ Cisterna 9,600 + 84,000 = 93,600 Lts.
- ♦ Medidas (7 x 7 x 2 m.)

- CRITERIO PARA LA PROPUESTA DE BOMBA HIDRONEUMÁTICA.

Se tomará en cuenta el gasto del mobiliario y su número y las áreas de jardín o áreas verdes y el tipo de equipos alternos que se utilizarán.

- Aspersor en franja y circular.
- Rociadores para pasto
- ♦ Aspersor = 30 Lts./mín 9 aspersores 306/60 - 5Lts./s.
- ♦ Rociadores = 11 Lts./min. 9 aspersores 306/60 - 5 Lts./s.
- ♦ Inodoros para fluxómetros 6 gasto 4 Lts./seg.
- ♦ Inodoros de tanque 26 gasto 2.5 Lts./seg.

Tubería Ø 2" y 2  $\frac{1}{4}$ ".

Tubo PVC hidráulico 2"

Rc. 417 kg./presión.

Hidroneumático de 500 Lts. y bomba de 3 HP.


LISTADO DE PARTES

PARTS LIST

| REF. | CÓDIGO          | DESCRIPCION                                   |                                       |
|------|-----------------|---|---------------------------------------|
| REF: | CÓDIGO          | DESCRIPTION                                   |                                       |
| 1    | JE0ME00E        | MOTOCOMPA JET W ELECTRICO<br>12 HP EQUIPADA   | EQUIPPED JET PUMP 12 HP               |
| 1    | JE0ME075E       | MOTOCOMPA JET W ELECTRICO 1<br>34 HP EQUIPADA | EQUIPPED JET PUMP 34 HP               |
| 2    | EOBIM2H16       | TEE DE BRONCE 1&1/2"                          | BRONZE TEE 1&1/2"                     |
| 3    | EOMK1411H18-053 | MANG FLEX 1&1/2" 65 CMS                       | FLEXIBLE HOSE 1&1/2"<br>65 CM (25.5") |
| 4    | T16G            | TEE 1" GALVANIZADA                            | GALVANIZED TEE 1"                     |
| 5    | M16CC           | NUTEL 1" GALVANIZADA CCC                      | GALVANIZED NUTS 1"                    |
| 6    | T16G            | TACON MACHO 1" GALV                           | GALVANIZED PLUG 1"                    |
| 7    | TOR-DOA         | TORNILLO CAB. HEX 5/16 X 1/2"                 | BOLT HEX HEAD 5/16 X 1/2"             |
| 8    | TUM-5G          | TUERCA HEX. SUR GANV                          | GALVANIZED HEX NUT 5/16"              |
| 9    | EOEN16          | ESCAPE HOLE 1"                                | RUBBER GASKET 1"                      |
| 10   | EOHM-100H       | TANQUE HIDROPNEUMATICO<br>800 LT. HORIZONTAL  | 800 LT. HORIZONTAL TANK (18.4 G)      |
|      | EOHM-100H       | 100 LT. HORIZONTAL                            | 100 LT. HORIZONTAL (26.4 G)           |

EHJS2ME050-060H

EHJS2ME075-100H

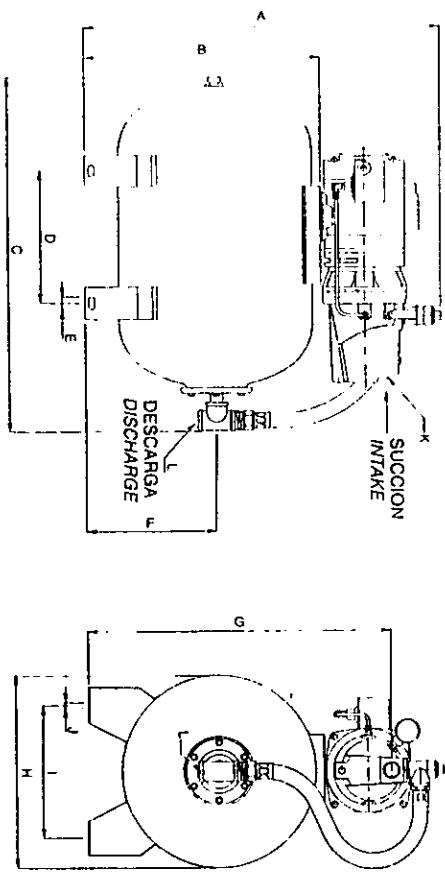

MODELO

TABLA DE DIMENSIONES cm (PULGADAS)"


DIMENSIONES cm (INCHES)"

MODELO


DIMENSIONES cm (INCHES)"

PESO APPROX.  
KG. Lb.

| REF.             | A            | B            | C            | D            | E            | F            | G            | H            | I            | J           | K        | L        | PESO APPROX.<br>KG. Lb. |
|------------------|--------------|--------------|--------------|--------------|--------------|--------------|--------------|--------------|--------------|-------------|----------|----------|-------------------------|
| EHJS2MED050-060H | 72.9 (28.7") | 47.0 (18.5") | 68.6 (27")   | 27.2 (10.7") | 1.9 (0.75")  | 25.9 (10.2") | 61.5 (24.2") | 39.9 (15.7") | 31.8 (12.5") | 0.9 (0.37") | Ø 1" NPT | Ø 1" NPT | 25.5 (56.2)             |
| EHJS2MED075-100H | 81.3 (32")   | 57.2 (22.5") | 72.9 (28.7") | 20.3 (8")    | 31.8 (12.5") | 72.4 (28.5") | 50.0 (19.7") | 36.8 (14.5") | 37 (81.6)    |             |          |          |                         |

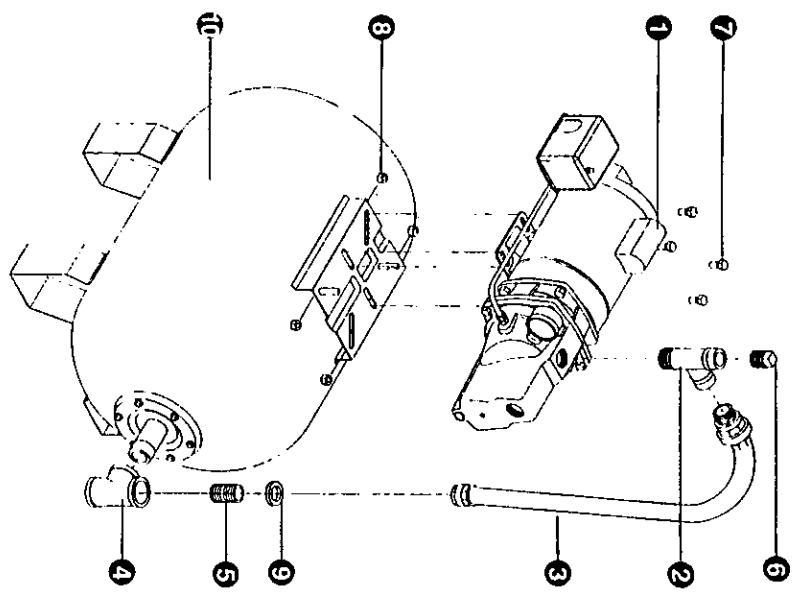

**MODELO M-25 G2  
ENTRADA DE 1"  $\phi$**

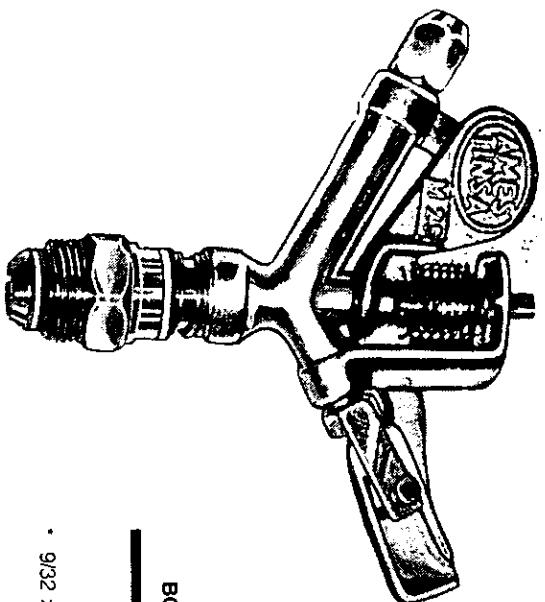

Es un aspersor de 25 mm  $\phi$  (1"). que solo opera con dos boquillas. Muy propio para el riego de áreas grandes de prados en industrias, címeros, campos deportivos, hospitales etc... Puede instalarse fijo, pero su construcción robusta es ideal para sistemas con válvulas de Acoplamiento Rápido. Su boquilla secundaria tiene una aguja que puede ajustarse para dar una mejor uniformidad de riego, según el entrelazamiento. Trabaja bien con presiones desde 24.5 hasta 49 m. (35.3 70 lpc) gasta de 40 a 159 lpm; riega circuitos de unos 30 a 44 m de diámetro.

**ASPERSOR MODELO M-25 G2**

| BOQUILLA     | PRESIÓN | GASTO  | DIAMETRO |       |       |
|--------------|---------|--------|----------|-------|-------|
| m.           | LPC     | LPM    | GPM      | m.    | pies  |
| 9/32 x 3/16" | 2.8     | 40     | 76.87    | 20.5  | 39.63 |
| 3.1          | 45      | 81.37  | 21.7     | 39.93 | 131   |
| 3.5          | 50      | 85.50  | 22.8     | 40.24 | 132   |
| 3.8          | 55      | 90.00  | 24.0     | 40.54 | 133   |
| 4.2          | 60      | 94.12  | 25.1     | 40.85 | 134   |
| 4.5          | 65      | 98.25  | 26.2     | 41.16 | 135   |
| 4.9          | 70      | 102.00 | 27.2     | 41.46 | 136   |

**ROCIADORES PARA PASTO Y ARBUSTO.**

**CARACTERISTICAS GENERALES:**

(circulo completo)

ESPACIAMIENTO: 3 a 5 m.

GASTO: 10 a 15 LPM

PRESIÓN: 10 a 21 m.

TIEMPO DE RIEGO: 15 min. aprox.


ENTRADA: hembra de 13 mm.  $\phi$  (1/2") cuerda standard para tubo.

**MATERIAL:**

BRONCE 85/5/5 el cuerpo del rociador, Modelos 13 y 13 SUR.


LATÓN: la boquilla, tornillo, difusor y vástago en el Mod. 13 SUR, y el cuerpo del modelo 13 AR.

NEOPRENO: empaque del Modelo 13 SUR.

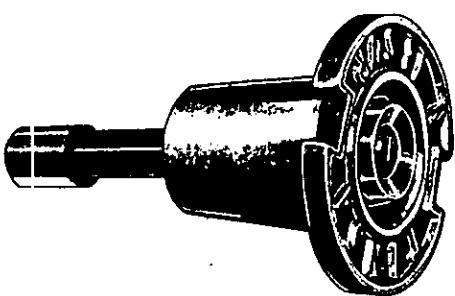

**ROCIADOR MOD. "13 SUR"**

## PLANTA DE CONJUNTO INST. SANITARIA.

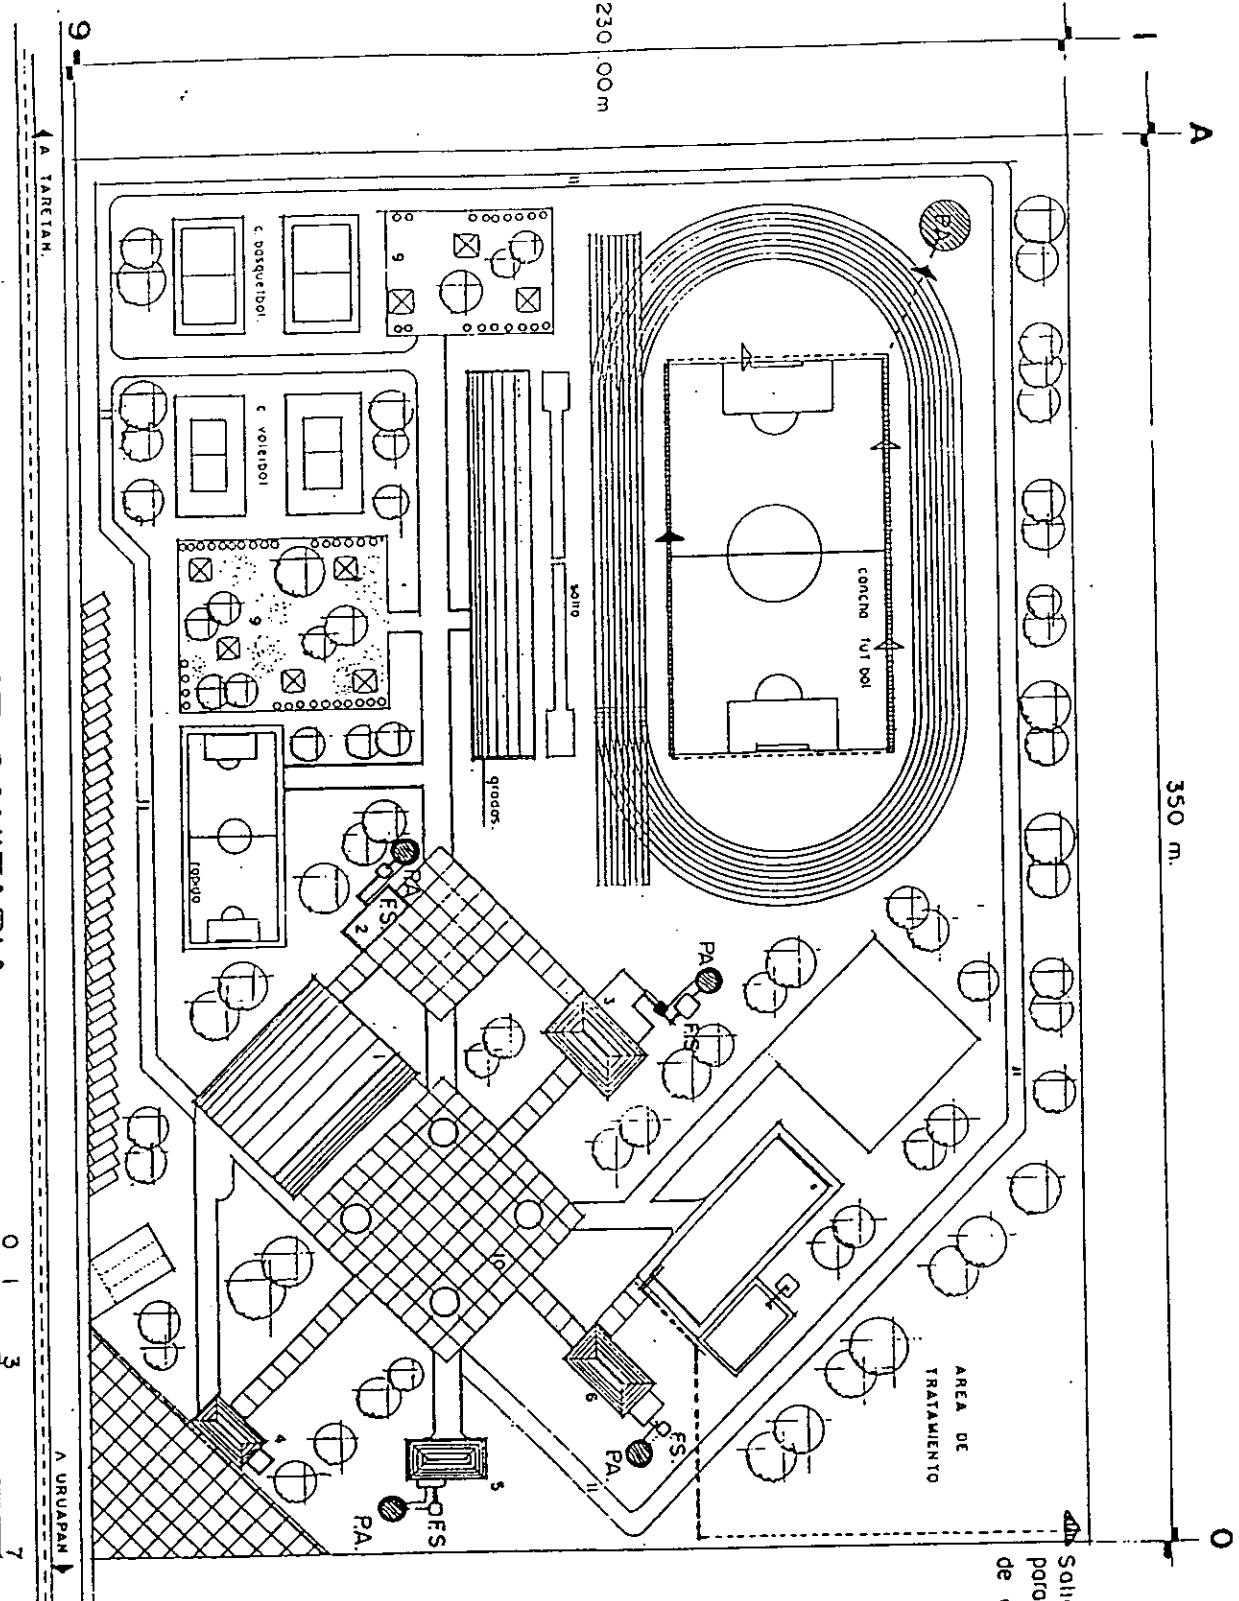

TESTOS PROFESIONAL

MÓDULO DEPORTIVO

EN ZIRACUARETIRO, MICH.

ESCUELA DE ARQUITECTURA UNIVERSIDAD DON VASCO, A.C.

FRANCISCO GUSTAVO RUIZ HURTADO

CONTENIDO:

INSTALACIÓN SANITARIA Y CIMENTACIÓN

PLANTA DE CONJUNTO

ESCALA: 1:500



198



ג


**INSTITUCIONAL**  
**MÓDULO DEPORTE**  
ESCUELA DE ARQUITECTURA UNIVERSIDAD DON VASCO, ACC  
**FRANCISCO GUSTAVO RUIZ HURTADO**

INSTALACIÓN CIMENTACIÓN Y DRENAJE

PLANTA DE ADMINISTRACION


ESCALA:

CIMENTACION Y DRENAGE

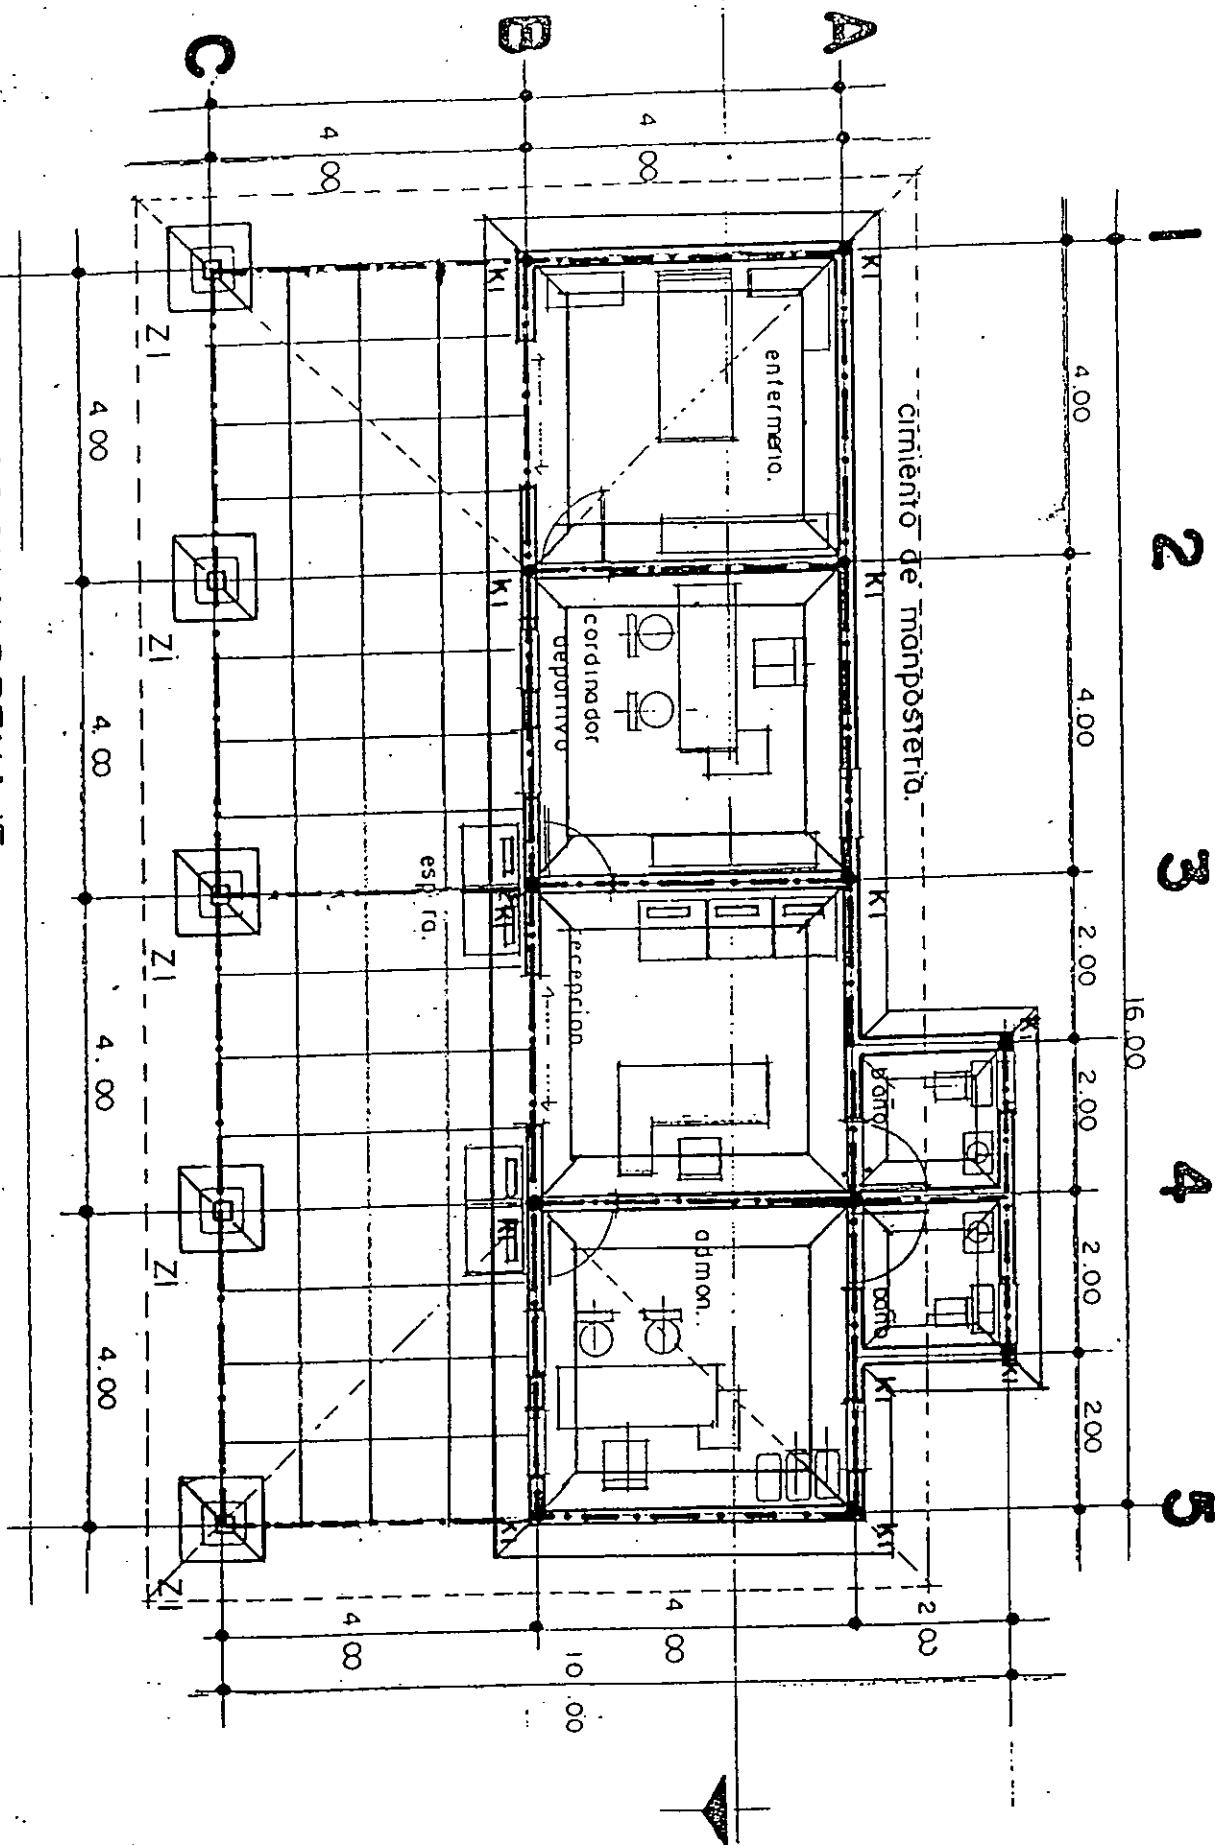

NOTE

CIMENTACION.

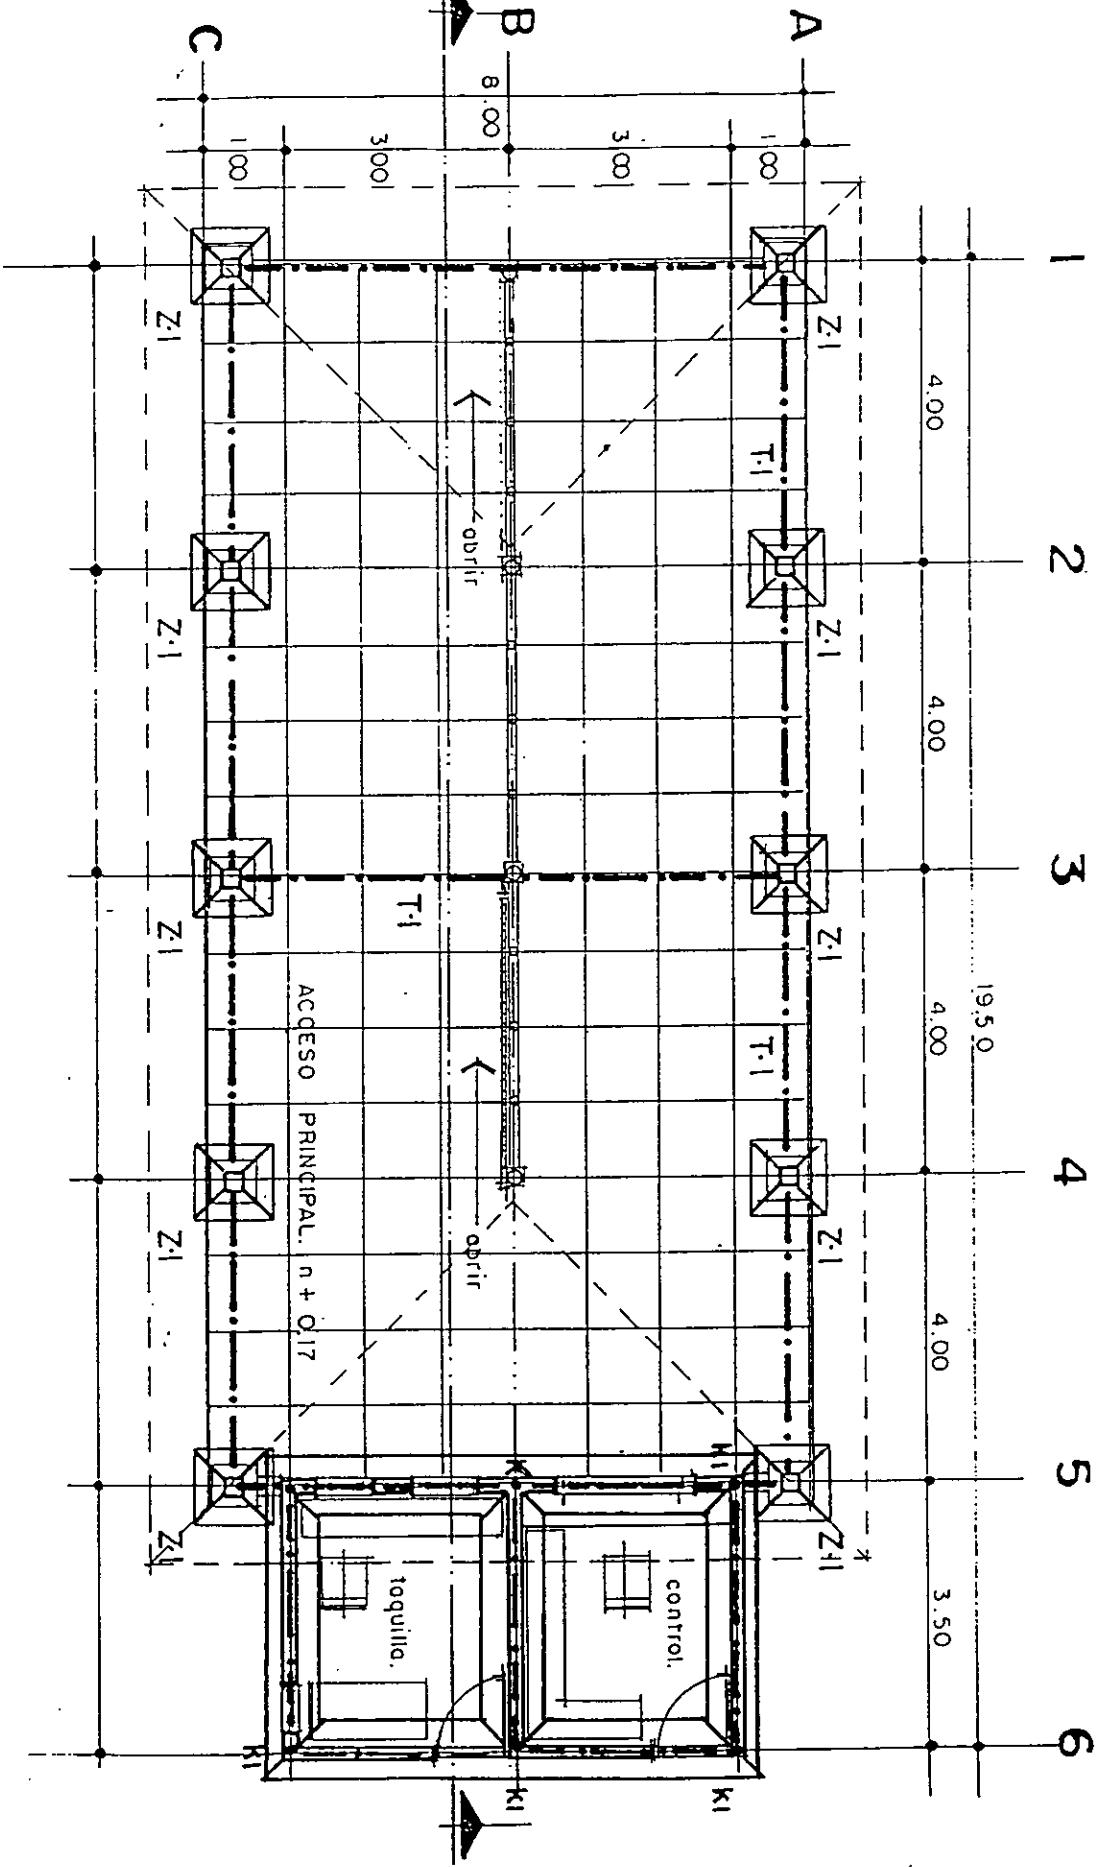

|   |  |
|---|--|
| TESIS PROFESIONAL                                   | MÓDULO DEPORTIVO EN ZIRACUARETIRO, MICH. |
| ESCUELA DE ARQUITECTURA UNIVERSIDAD DON VASCO, A.C. |  |
| FRANCISCO GUSTAVO RUIZ HURTADO                      |  |
| CONTENIDO:  | CIMENTACIÓN Y DRENAGE                    |
| PLANTA DE TAQUILLA                                  | ESCALA: 1:100                            |

NORTE

200



INST. SANITARIA Y CIMENTACION.

165 PROFESSIONAL

MÓDULO DE

ESTUDIOS SOBRE LA LITERATURA VASCA

ESCUELA DE ARQUITECTURA UNIV. VERACRUZ BONIFACIO

CONTENIDO

INSTALACIÓN SANITARIA Y CIMENTACIÓN

PLANTA DE CAFETERÍA

ESCALA:  
1:100

This architectural floor plan illustrates a building's layout across several levels. The vertical axis is defined by horizontal grid lines labeled A through F at the top and 0 through 7 at the bottom. The horizontal axis is defined by vertical grid lines labeled 0.00, 4.00, 8.00, 12.00, 16.00, 20.00, and 24.00 along the right side. The plan shows a series of rooms and circulation areas. On the ground level (0), there is a large room with a grid pattern, a smaller room labeled 'bano m.', and a room labeled 'bano h.'. Above these, on level 1 (4.00), is a room labeled 'cocina'. On level 2 (8.00), there is a room labeled 'portal aux.' and another labeled 'bodega'. On level 3 (12.00), there is a room labeled 'bano'. On level 4 (16.00), there is a room labeled 'portal aux.'. On level 5 (20.00), there is a room labeled 'cocina'. On level 6 (24.00), there is a room labeled 'bodega'. The plan also includes several access points labeled 'acceso' and 'acceso de comensales'. A legend at the bottom right indicates that dashed lines represent 'proyección' (projection) and solid lines represent 'fondo' (depth). A north arrow is located in the bottom left corner.



NORTE

ESCALA GRAFICA



IESLS PROFESIONAL  
MÓDULO DEPORTIVO EN ZIRACUARETIRO, MICH.  
ESCUELA DE ARQUITECTURA UNIVERSIDAD NACIONAL VASCO, A.C.  
**FRANCISCO GUSTAVO RUIZ HURTADO**  
CONTENIDO:  
INSTALACIÓN SANITARIA Y CIMENTACIÓN  
PLANTA DE CAFETERÍA  
ESCALA: 1:100  
NORTE  
202

# CIMENTACION

TESIS PROFESIONAL

MÓDULO DEPORTIVO EN ZIRACUARETIRO, MICH.

ESCUELA DE ARQUITECTURA UNIVERSIDAD DON VASCO, A.C.

FRANCISCO GUSTAVO RUIZ HURTADO

CONTENIDO:

CIMENTACIÓN


PLANTA DE AUDITORIO

ESCALA:  
1:100

NORTE




203

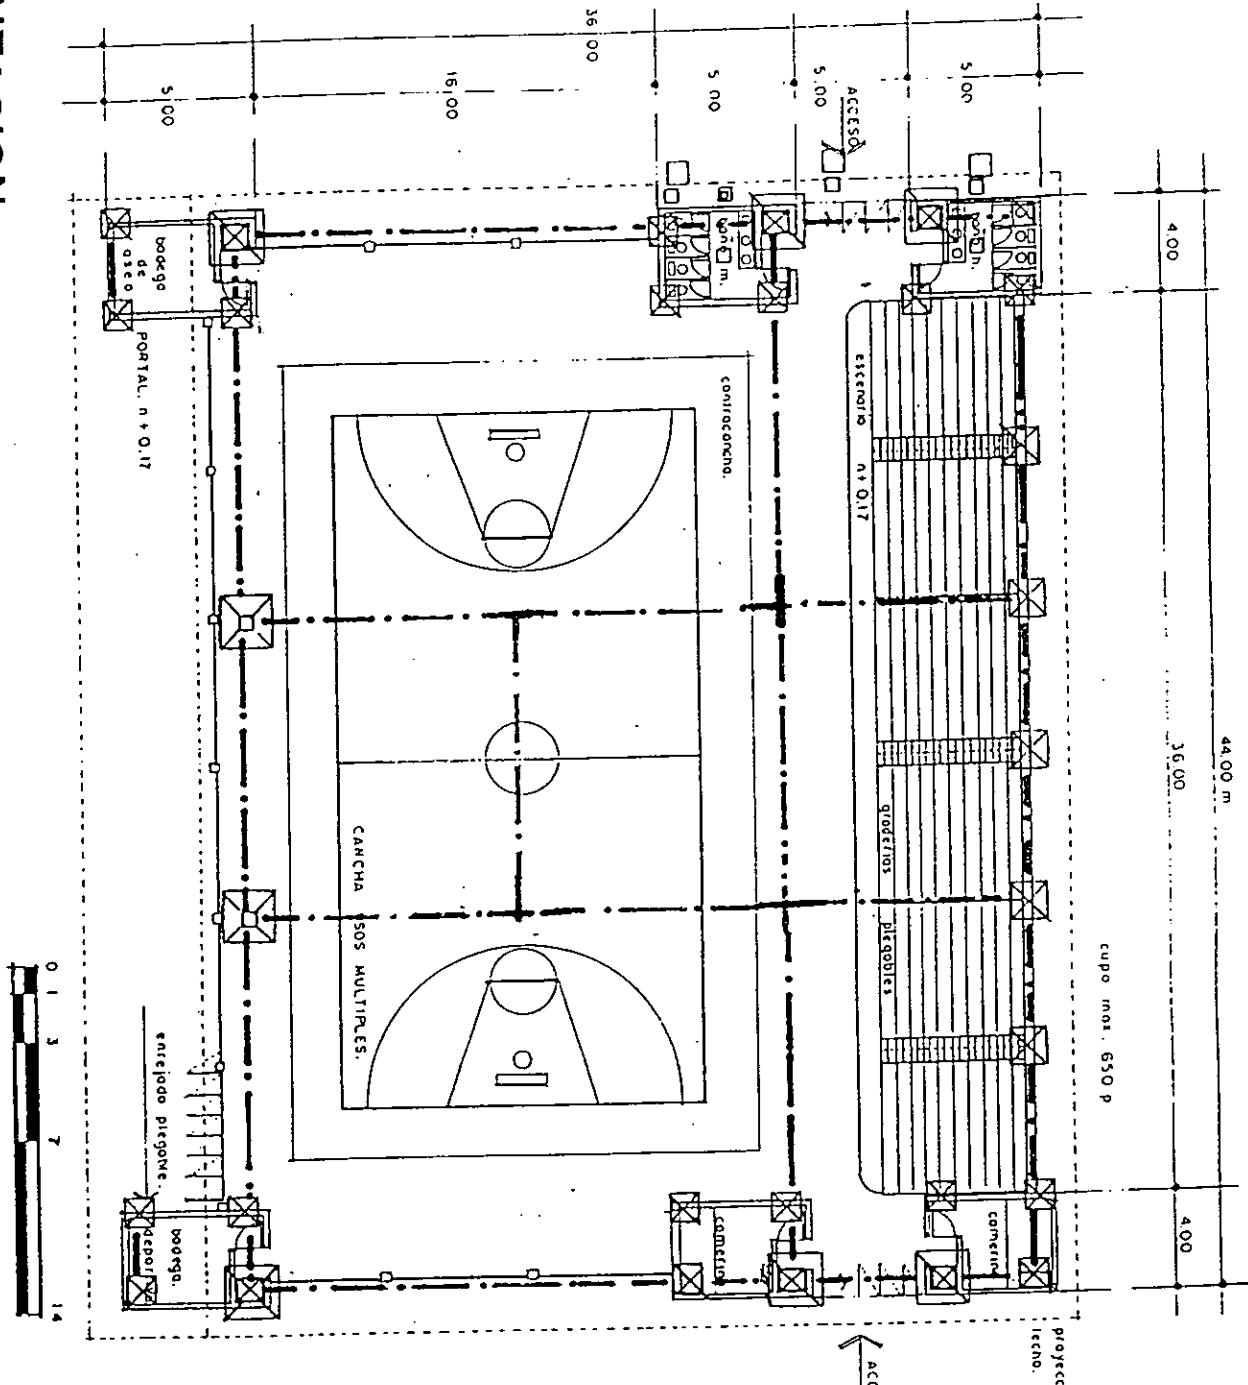

INST. SANITARIA Y CIMENTACION.

PLANTA BAÑOS.

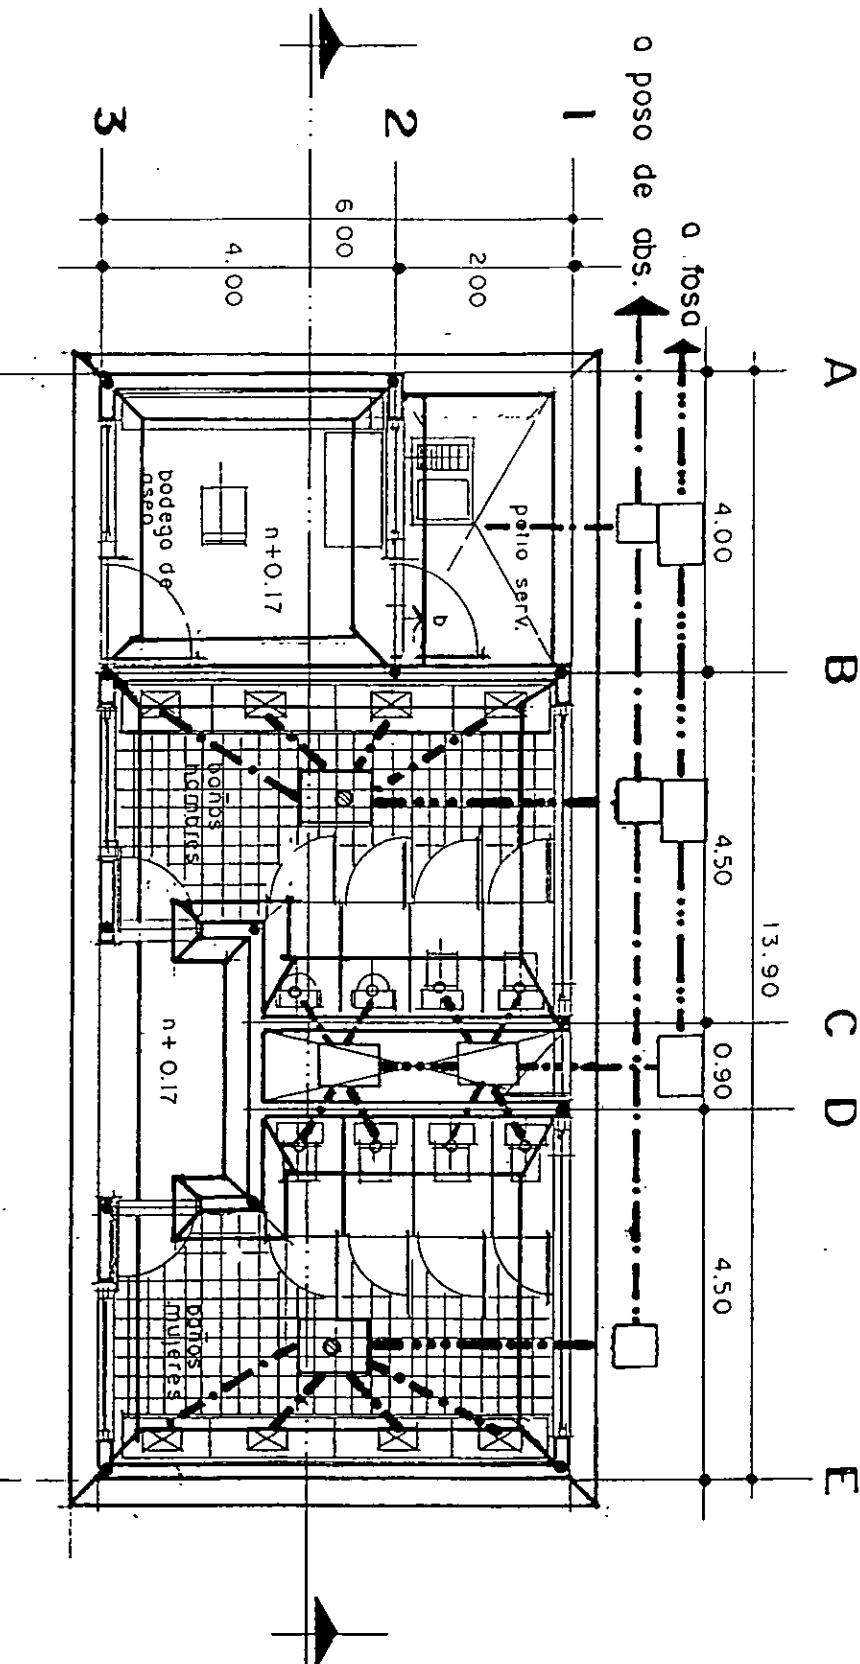

ESCALA PROFESIONAL

MÓDULO DEPORTIVO EN ZIRACUARETIRO. MICH.

ESCUELA DE ARQUITECTURA UNIVERSIDAD DON VASCO, A.C.

FRANCISCO GUSTAVO RUIZ HURTADO

CONTENIDO:

INSTALACIÓN SANITARIA Y CIMENTACIÓN

PLANTA DE BAÑOS


ESCALA: 1:100

204

## INDODROS


- (1) Tapón caja  $\phi 1\frac{1}{4}$ "
- (2) Niple  $\phi 1\frac{1}{4}$ "
- (3) Red bushing 2"  $\times 1\frac{1}{4}$ "
- (4) Cruz de  $\phi 2"$
- (5) Llave de resorte
- (6) Codo de  $90^\circ \phi 1\frac{1}{4}$ "
- (7) Tuerca  $\phi 1\frac{1}{4}$ "

Indodros - Codo  $90^\circ \times 1\frac{1}{4}"$

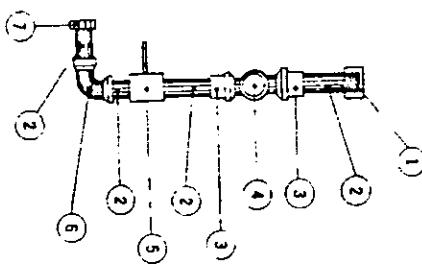

## W. C. DE FLUXOMETRO


- (1) Cámara de aire
- (2) Tubo galvanizado  $\phi 50$  mm
- (3) Codo  $90^\circ \phi 50$  mm
- (4) Tapón caja cobre  $\phi 32$  mm
- (5) Tubo de cobre  $\phi 32$  mm
- (6) Fluxómetro "Helvex"
- (7) Tuerca unión
- (8) W.C. modelo zafiro MF-2405
- (9) Spud
- (10) Reducción
- (11) Casquillo de plomo  $\phi 100 \times 3$  mm (espesor)
- (12) "T"

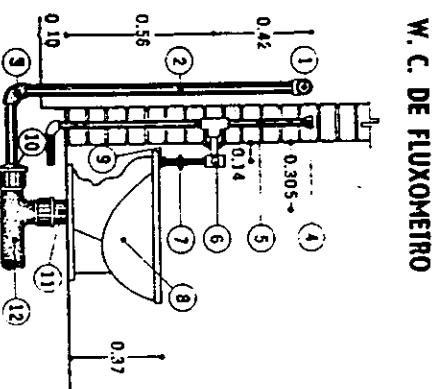

## MINGITORIO


- (1) Tapón hembra  $\phi 1\frac{1}{4}$ "
- (2) Niple  $\phi 1\frac{1}{4}$ "
- (3) Niple de  $1\frac{1}{4}" \times 2"$
- (4) "T" de  $1\frac{1}{4}$ "
- (5) Reducción de  $2" \times 1\frac{1}{4}"$
- (6) Codo de  $1\frac{1}{4}" \times 90^\circ$
- (7) Llave de resorte
- (8) Codo de  $1\frac{1}{4}" \times 90^\circ$
- (9) Tuerca  $\phi 1\frac{1}{4}$ "

Mingitorio - Codo  $90^\circ \times 1\frac{1}{4}"$

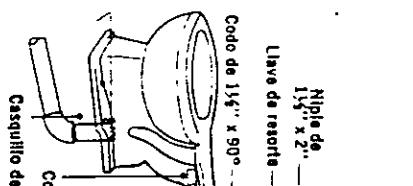


- (1) Tapón hembra  $\phi 1\frac{1}{4}$ "
- (2) Niple  $\phi 1\frac{1}{4}" \times 2"$
- (3) "T" de  $1\frac{1}{4}$ "
- (4) Reducción de  $2" \times 1\frac{1}{4}"$
- (5) Codo de  $1\frac{1}{4}" \times 90^\circ$
- (6) Llave de resorte
- (7) Tuerca  $\phi 1\frac{1}{4}$ "

Mingitorio - Codo  $90^\circ \times 1\frac{1}{4}"$

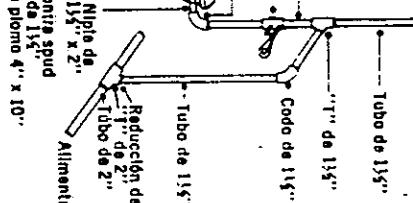

- (1) Tapón hembra  $\phi 1\frac{1}{4}$ "
- (2) Niple  $\phi 1\frac{1}{4}" \times 2"$
- (3) "T" de  $1\frac{1}{4}$ "
- (4) Reducción de  $2" \times 1\frac{1}{4}"$
- (5) Codo de  $1\frac{1}{4}" \times 90^\circ$
- (6) Llave de resorte
- (7) Tuerca  $\phi 1\frac{1}{4}$ "

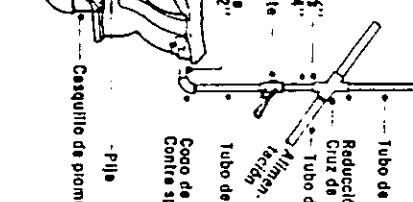

## FLUXOMETRO 2000-A

PARA OBTENER EL MEJOR RENDIMIENTO  
DE ESTE FLUXOMETRO LA PRESIÓN  
MÍNIMA DE SUMINISTRO DEBE SER.  
200 Kg/cm<sup>2</sup> (2.8 lb/Pulg<sup>2</sup>)

Pared terminada

Aprox.

Muro

Piso terminado

C

B


D

E


Aprox.

Muro


Piso terminado

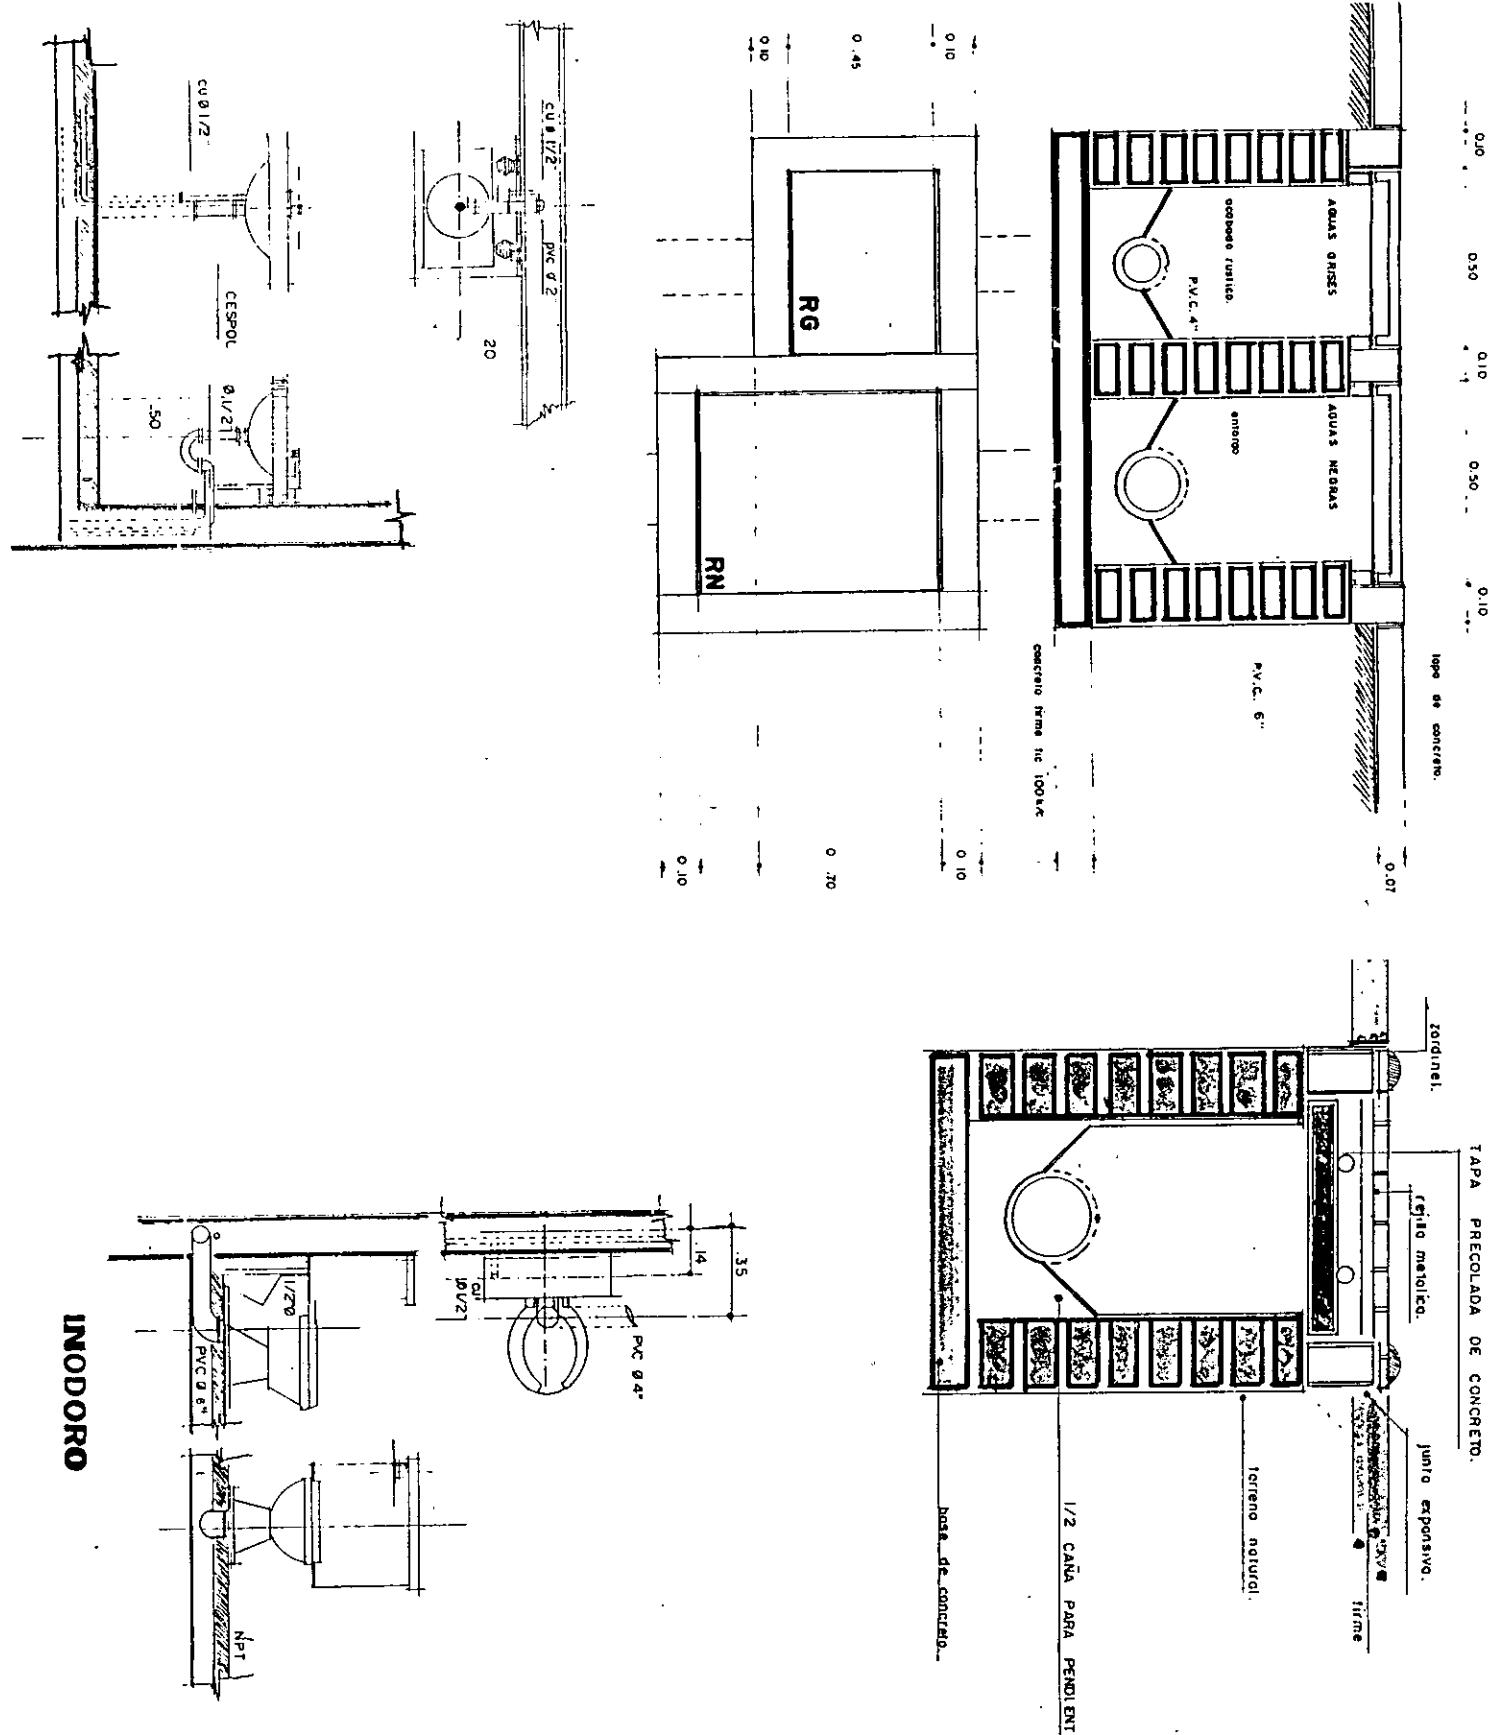

INODORO

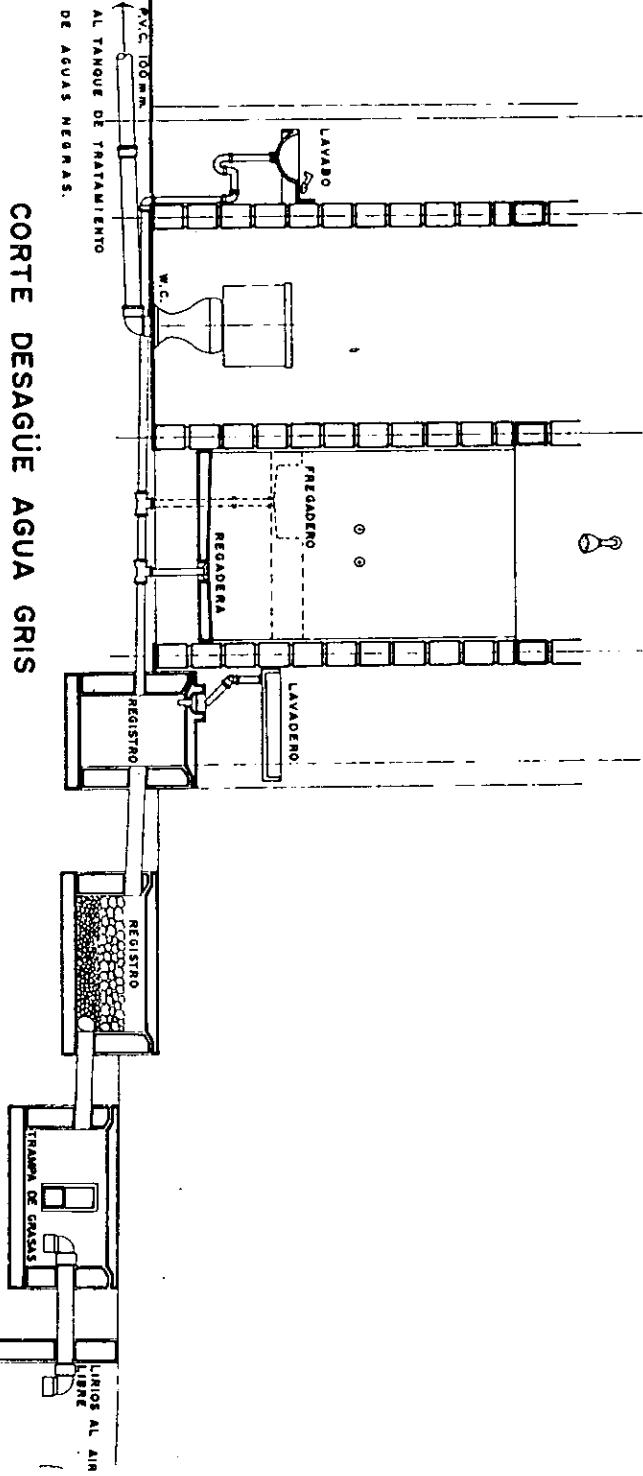

## CORTE DESAGÜE AGUA GRIS

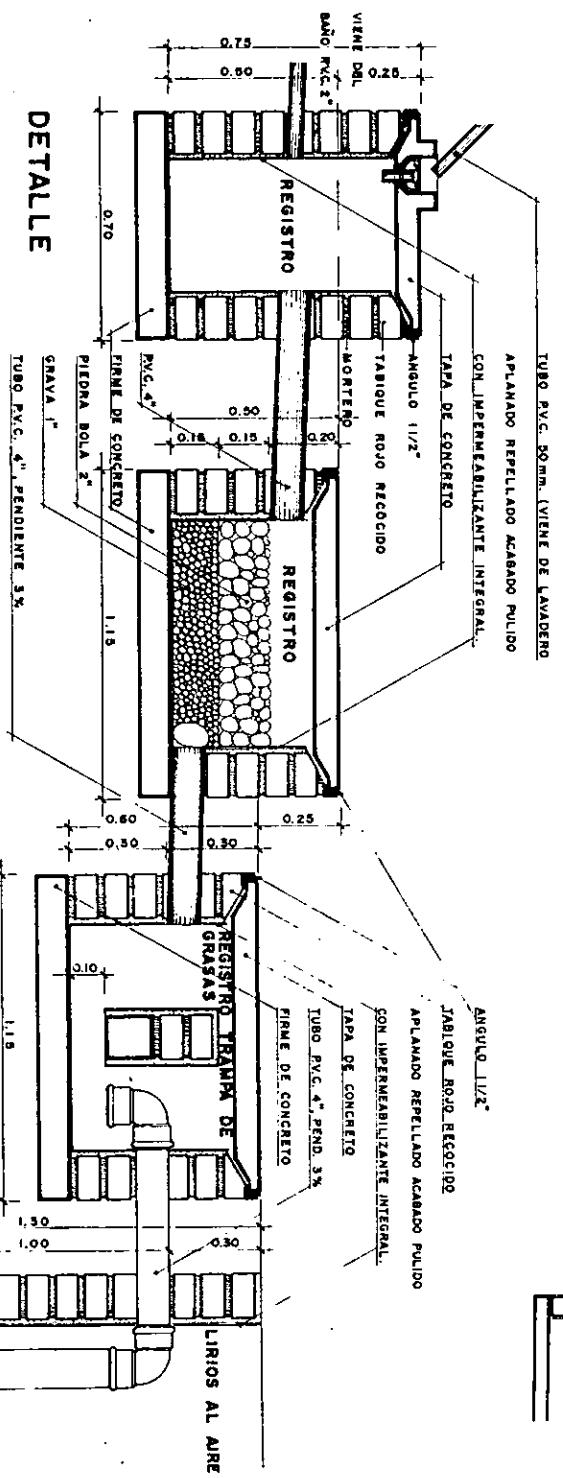

DETALLE

# FALTAN PAGINAS


De la:

208

A la:

209


# PLANTA TAQUILLA. CRITERIO ESTRUCTURAL.

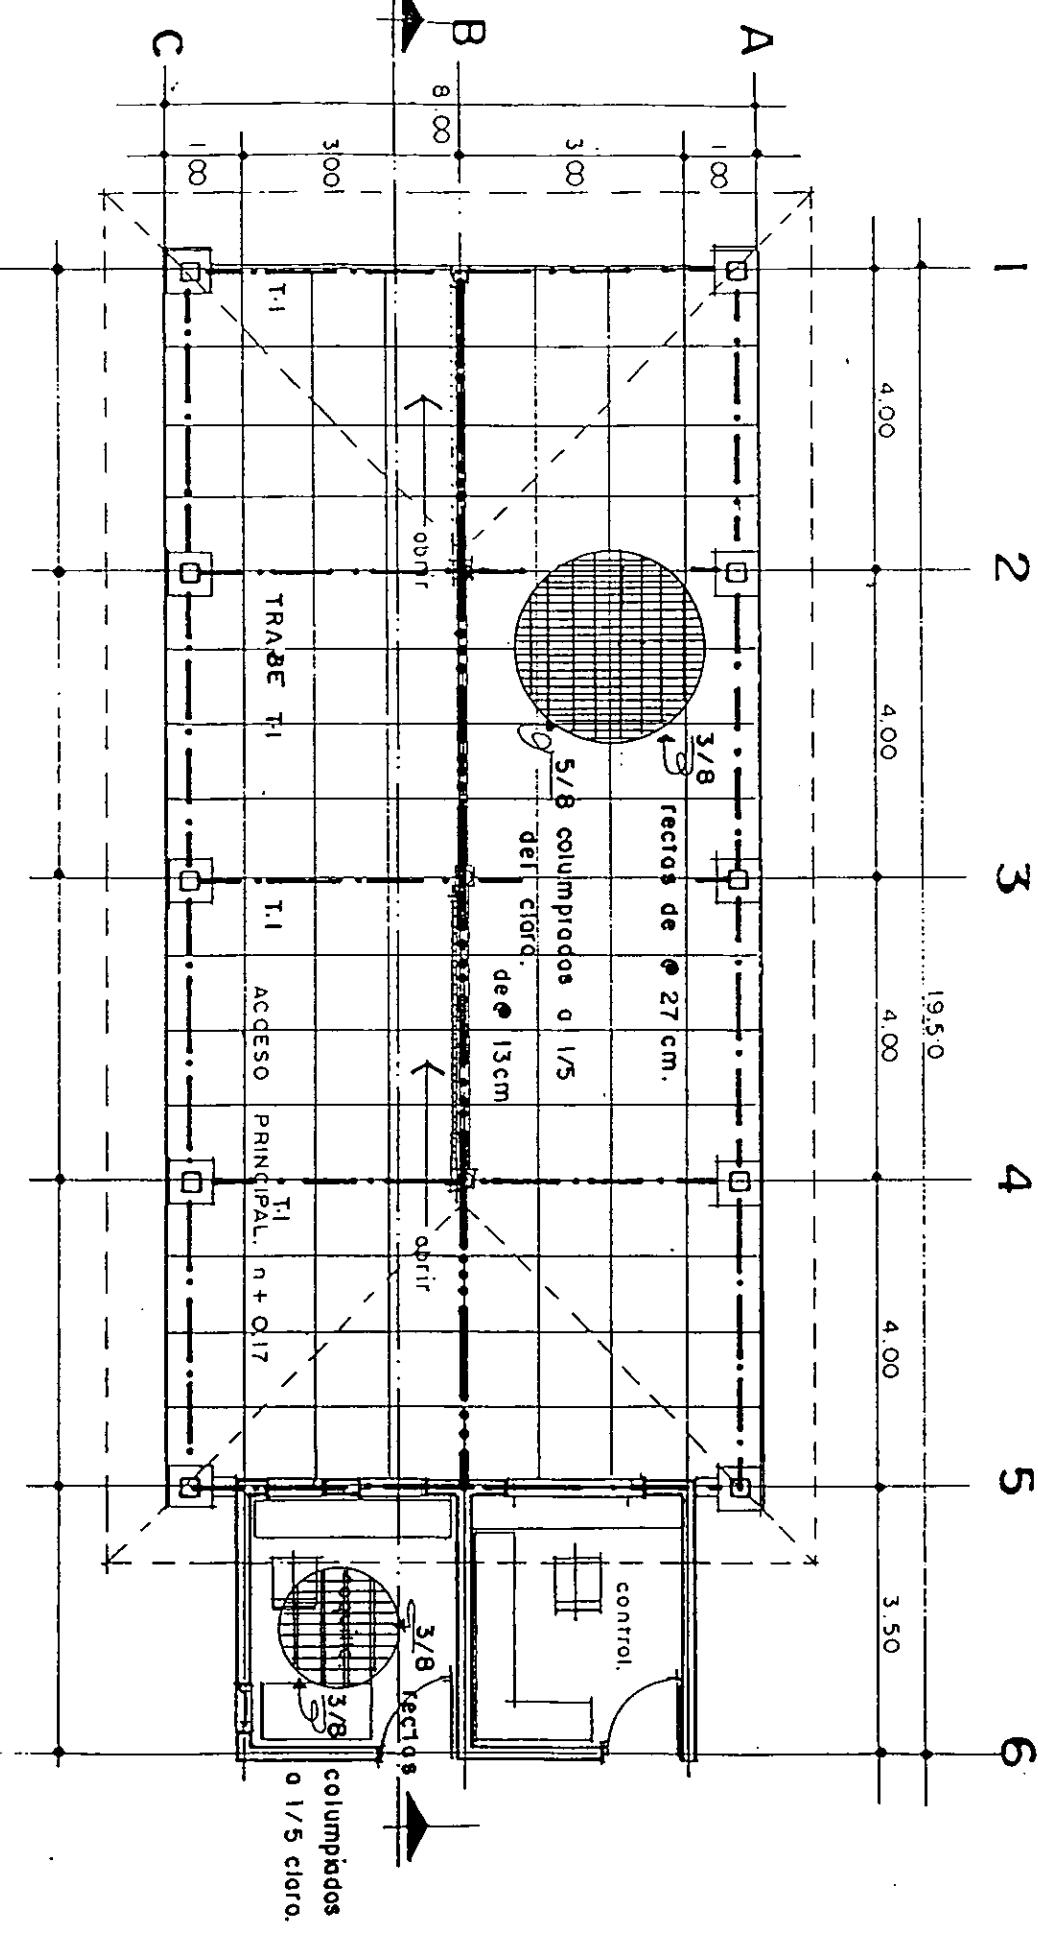


|   |  |
|---|--|
| TESTES PROFESIONALES                                | MÓDULO DEPORTIVO EN ZIRACUARETIRO, MICH. |
| ESCUELA DE ARQUITECTURA UNIVERSIDAD DON VASCO, A.C. |  |
| FRANCISCO GUSTAVO RUIZ HURTADO                      |  |
| CONTENIDO:  | ESTRUCTURAL                              |
| ESTRUCTURA  | PLANTA DE TAQUILLA                       |
| ESCALA: 1:100                                       | NORTE                                    |
| 210   |  |

|              |  |
|--------------|--|
|              | <b>TEÍSIS PROFESIONAL</b><br><b>MÓDULO DEPORTIVO EN ZIRACUARETIRO, MICH.</b><br><b>ESCUELA DE ARQUITECTURA UNIVERSIDAD DON VASCO, A.C.</b><br><b>FRANCISCO GUSTAVO RUIZ HURTADO</b><br><b>CONTENIDO:</b><br><b>ESCALA:</b> |
| <b>NORTE</b> |  |

PLANTA ADMINISTRACIÓN. ESTRUCTURAL.

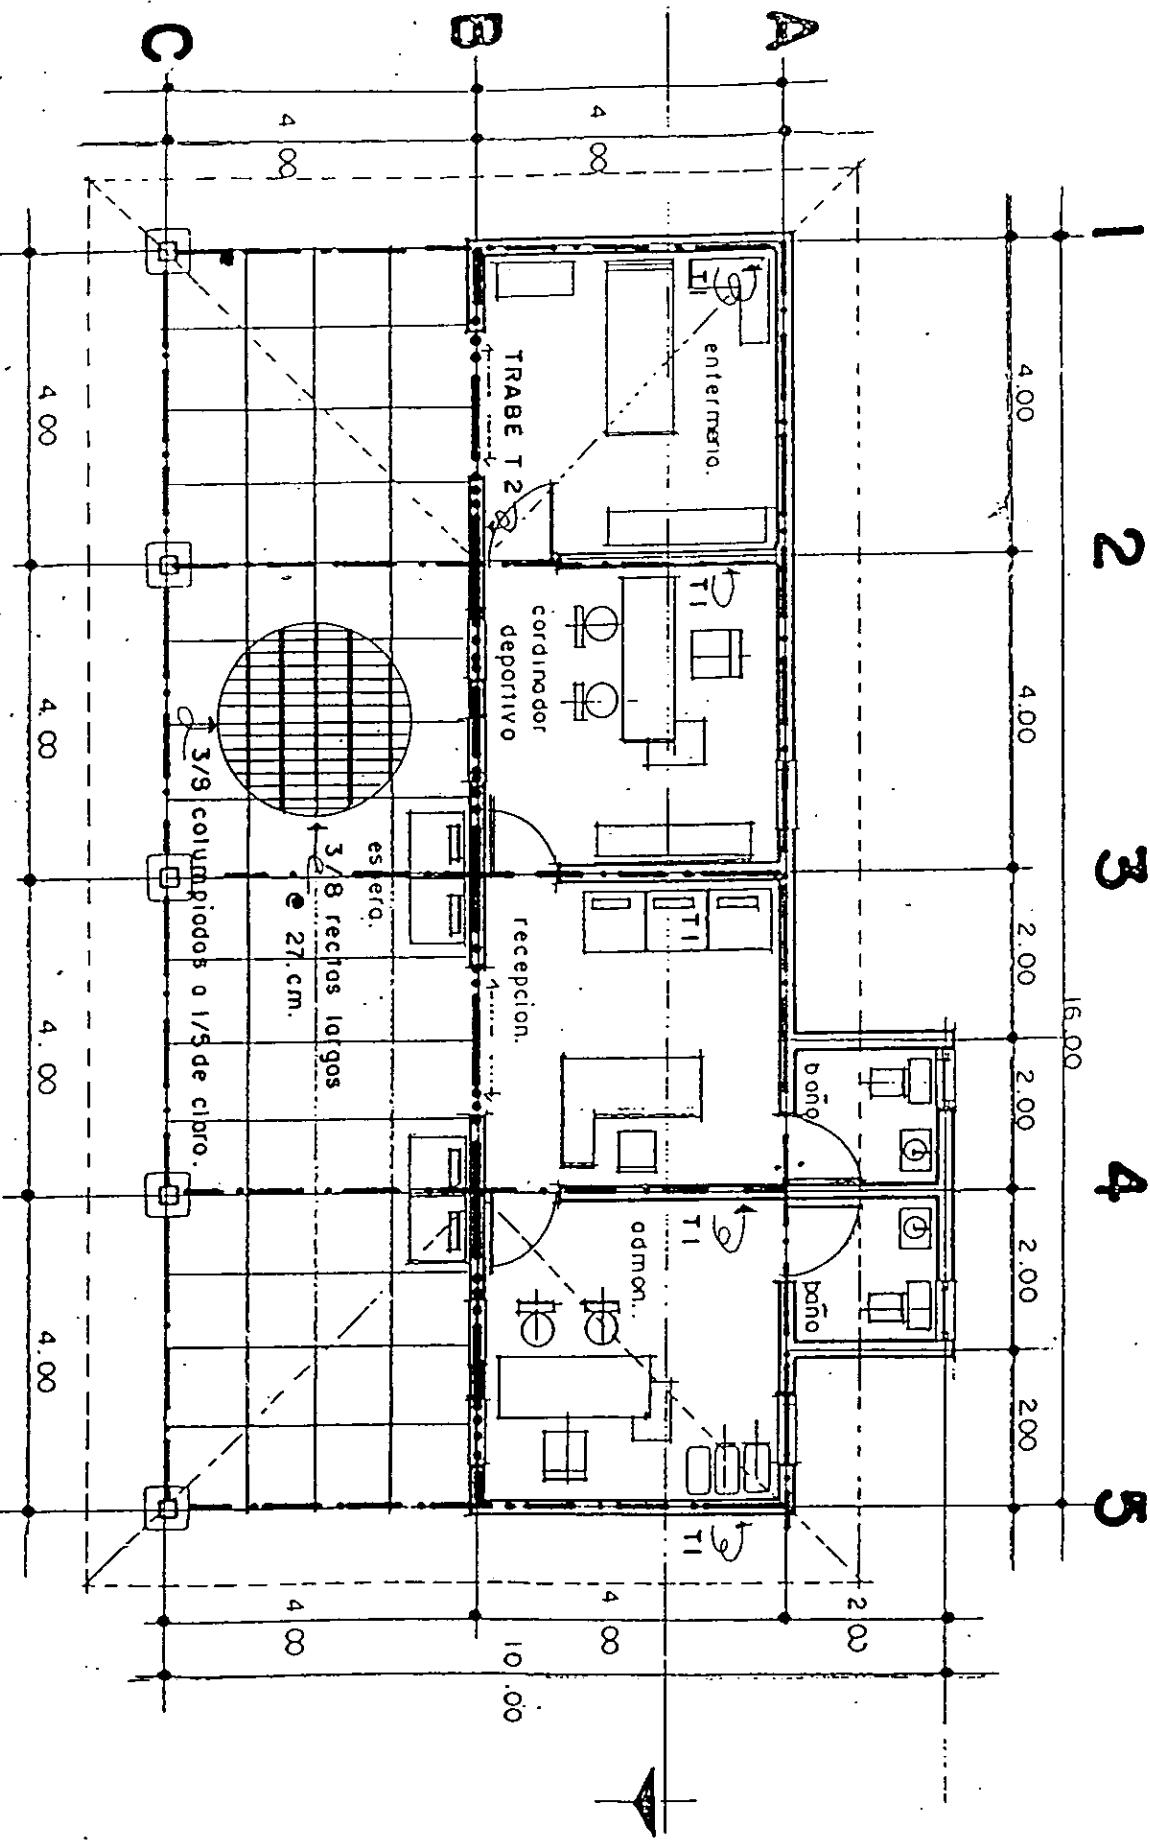

## PLANTA VESTIDORES Y REGADERAS.

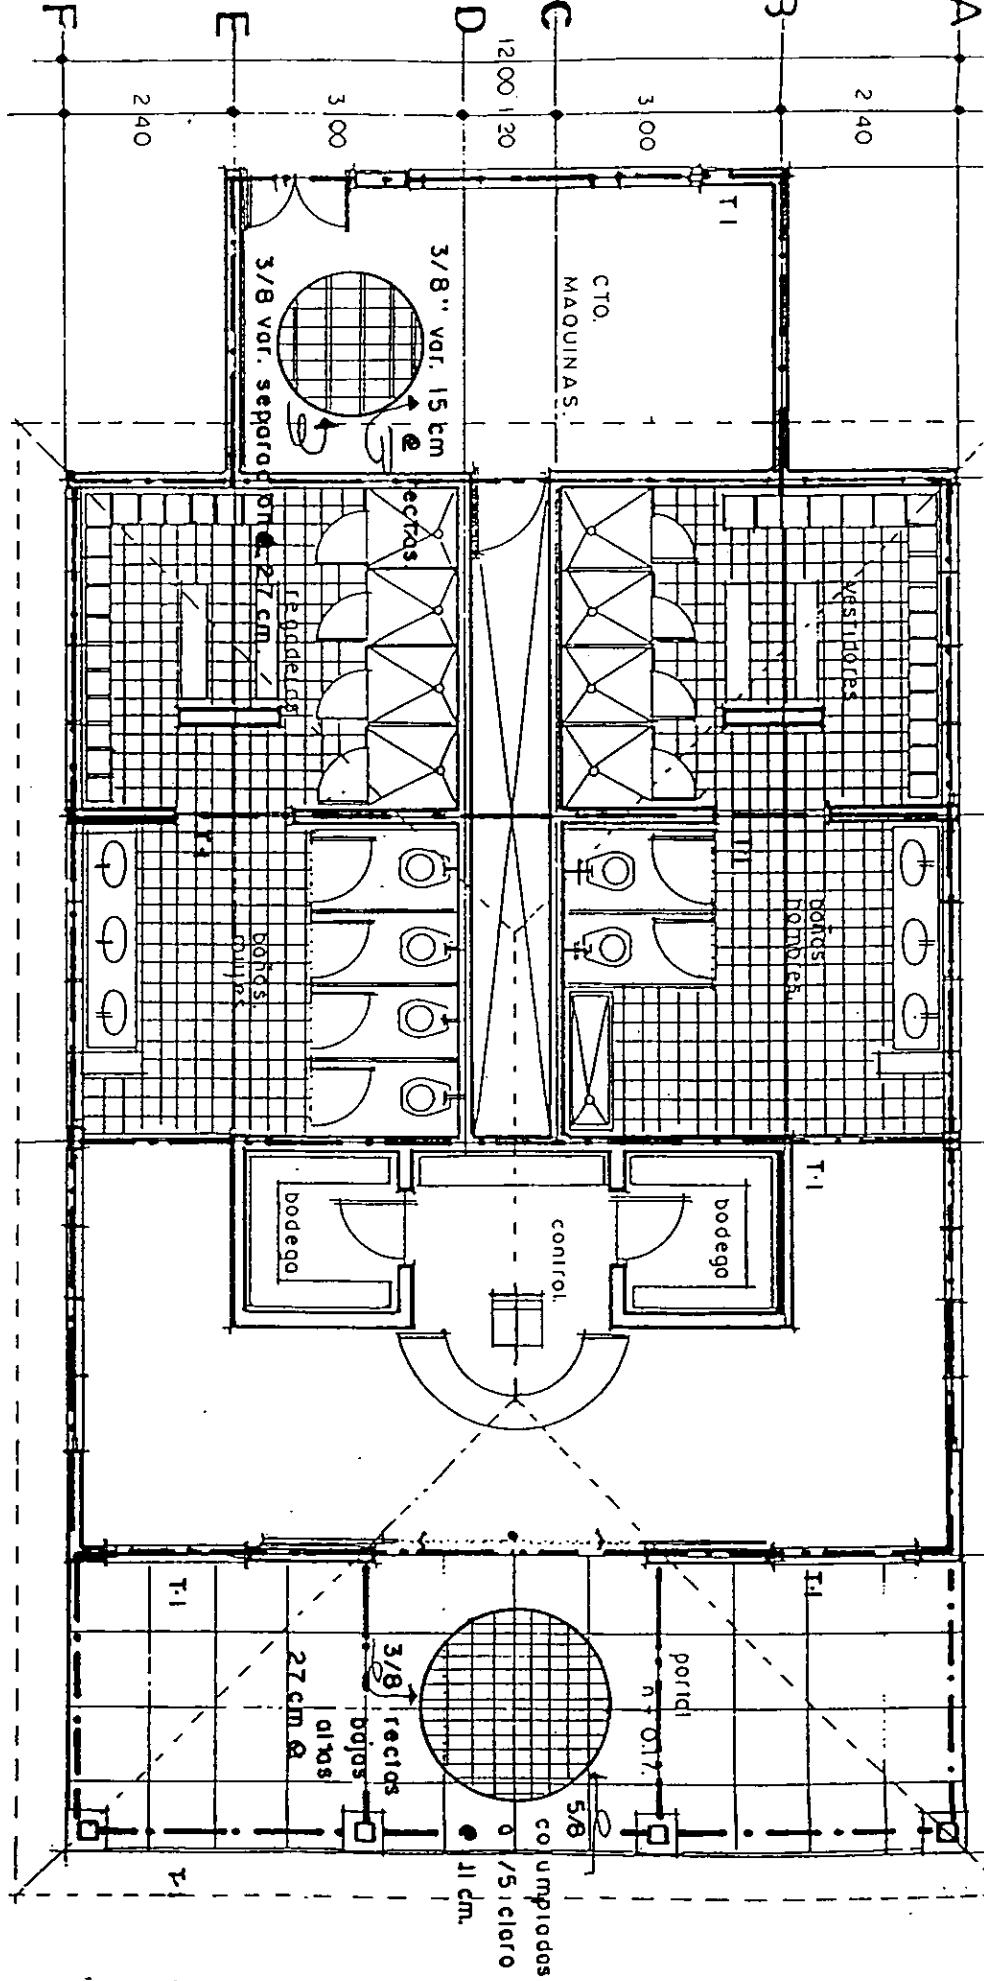

תְּכַלֵּם בְּנֵי־עֲמָקָם

MÓDULO

# MODULO DE PROYECTO

ESCUELA DE ARQUITECTURA UNIVERSIDAD DON VASCO, AGC

三

CONTENIDO:

ESTRUCTURA

PLANTA DE VESTIDORES Y REGADERAS

ESCALA


|  |   |   |
|--|---|---|
|  | <b>MÓDULO DEPORTIVO EN ZIRACUARETIRO.</b><br><b>ESCUELA DE ARQUITECTURA UNIVERSIDAD DON VASCO, A.C.</b><br><b>FRANCISCO GUSTAVO RUIZ HURTADO</b><br><b>CONTENIDO:</b><br><b>ESTRUCTURA</b><br><br><b>PLANTA DE VESTIDORES Y REGADERAS</b> | <b>TRATOS PROFESIONAL</b><br><hr/> <b>NORTE</b><br><br><b>212</b> |
|  | <b>ESCALA:</b><br><b>1:100</b>  |   |



NORTE

212

## PLANTA BAÑOS.

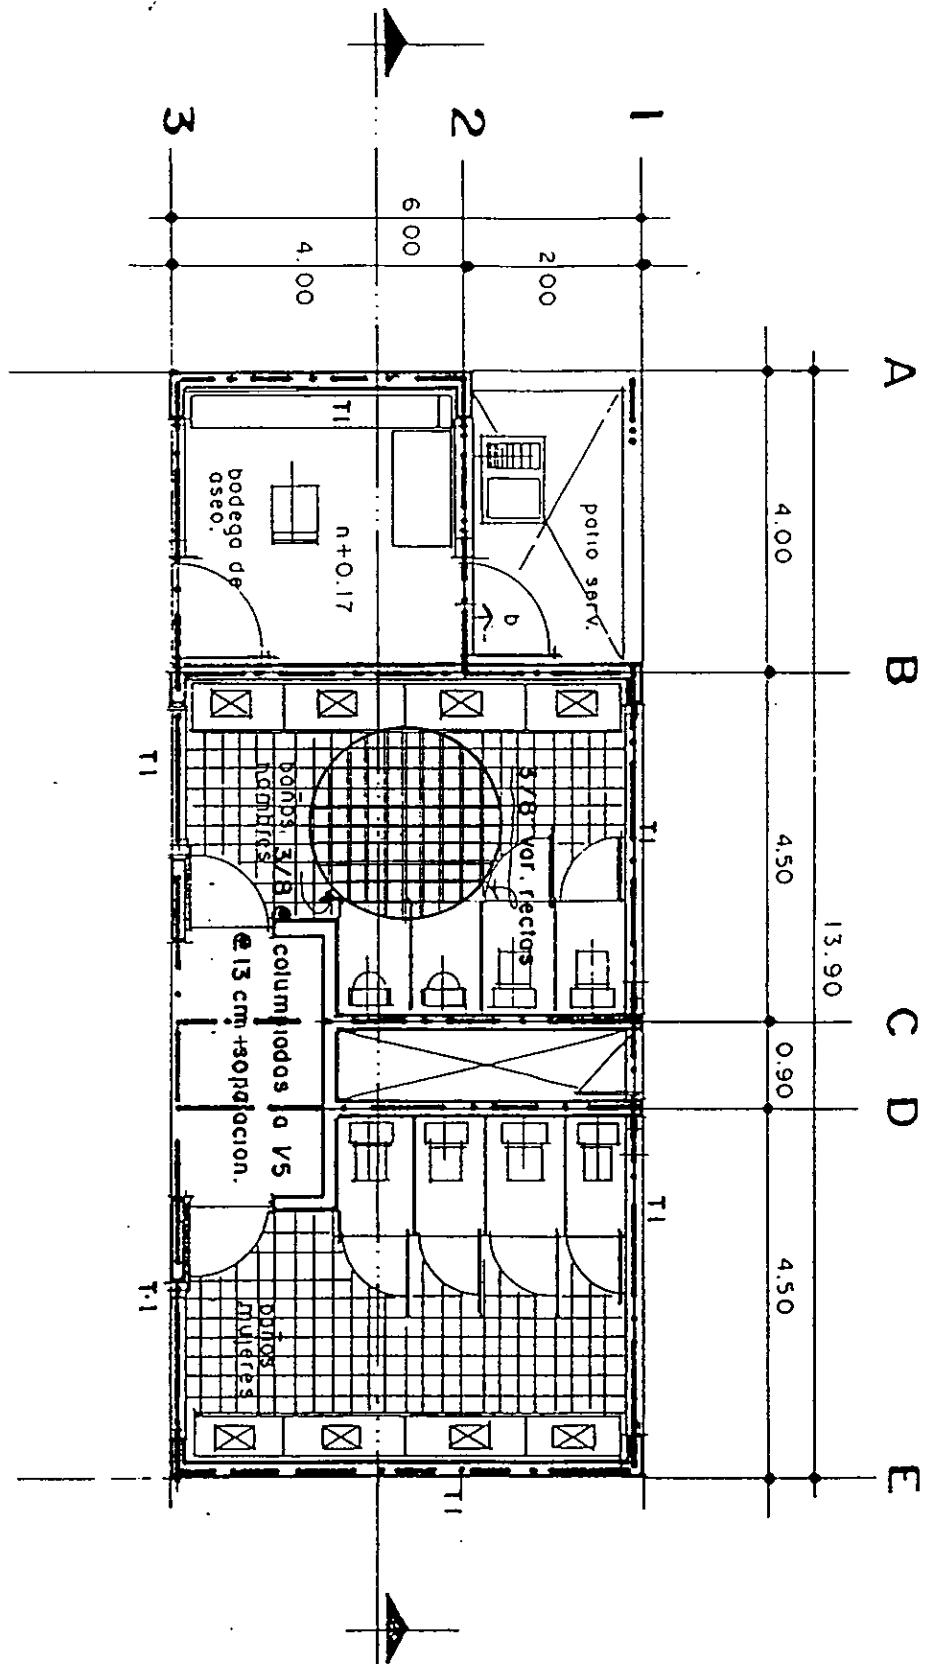

TESIS PROFESIONAL

MÓDULO DEPORTIVO EN ZIRACUARETIRO, MICH.

ESCUELA DE ARQUITECTURA UNIVERSIDAD DON VASCO, A.C.

FRANCISCO GUSTAVO RUIZ HURTADO

CONTENIDO:

ESTRUCTURA

0 1 5 10


PLANTA DE BAÑOS

ESCALA: 1:100

213

NORTE



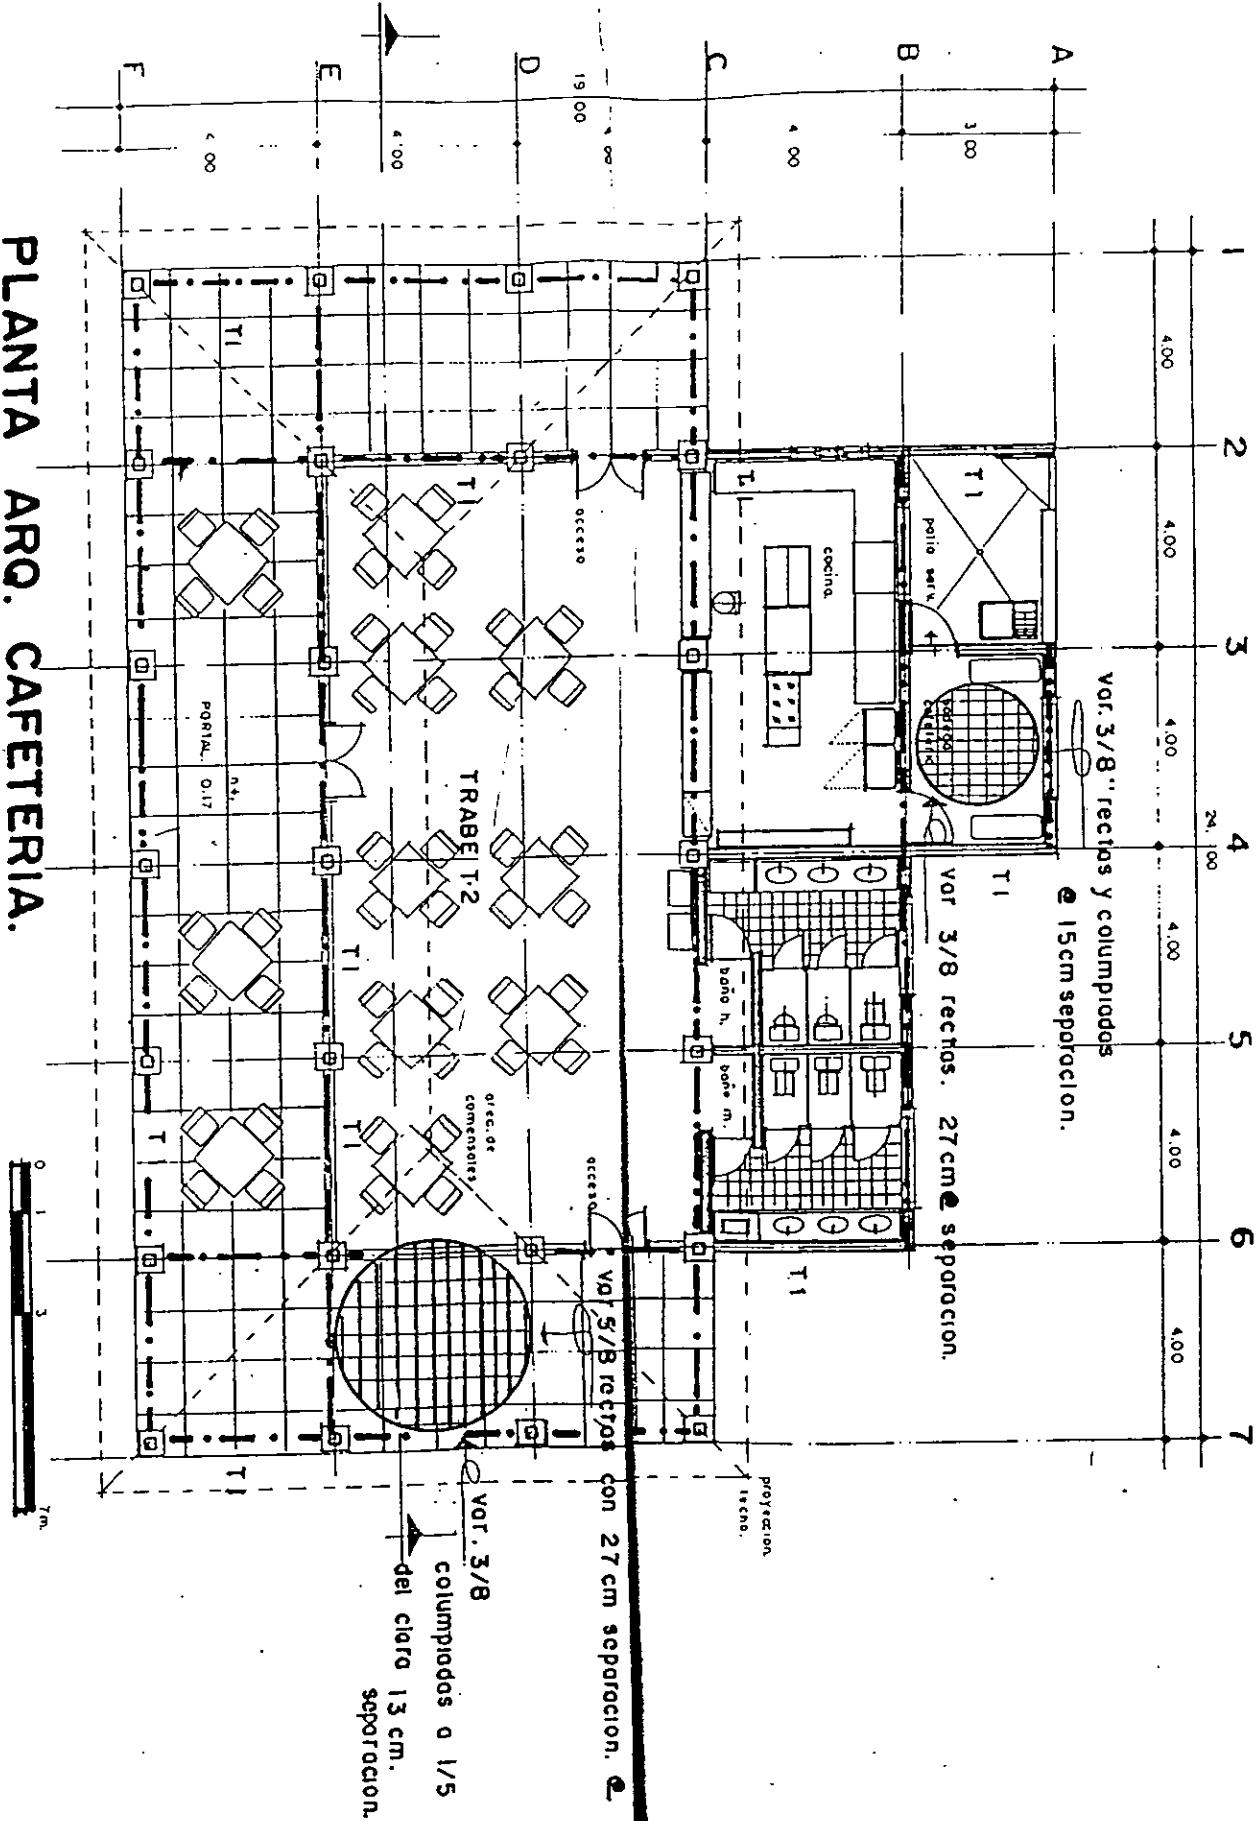

# PLANTA ARO. CAFETERIA.

ESCALA GRAFICA

TÉSIS INTEGRACIONAL

MÓDULO DEPORTIVO EN ZIRACUARETIRO, MICH.

ESCUELA DE ARQUITECTURA UNIVERSIDAD DON VASCO, A.C.

FRANCISCO GUSTAVO RUIZ HURTADO

CONTENIDO:

ESTRUCTURA

PLANTA DE CAFETERIA

ESCALA: 1:100



NORTE


24



0 1 5 10

## CÁLCULO DE LA LOSA.

$$A = \frac{B \times b \cdot h}{2}$$

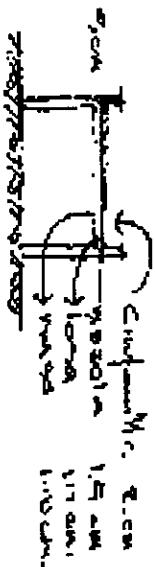

$$18.2 + 6.20 \times 6.60 = 81.51 \text{ m}^2$$

Área tributaria.

- ♦  $W = 1 \times 100 \times 2,400 = 240 \text{ Kg./m}^2$
  - ♦ Aplanado de mezcla  $1 \times 1 \times 0.015 \times 2,100 \text{ Kg./m}^3 = 31.50 \text{ Kg./m}^2$
  - ♦ Terrado  $1 \times 1 \times 0.05 \times 1,600 \text{ Kg./m}^3 = 800 \text{ Kg./m}^2$
  - ♦ Mezcla para cintarilla  $1 \times 1 \times 0.015 \times 2,100 \text{ Kg./m}^3 = 31.50 \text{ Kg./m}^2$
  - ♦ Cintarilla  $1 \times 1 \times 0.02 \times 1,500 \text{ Kg./m}^3 = 30.50 \text{ Kg./m}^2$
  - ♦ Carga viva  $1 \times 1 \times 100 \text{ Kg./m}^2$
- CARGA MUERTA 413.00 Kg./m<sup>2</sup>
- CARGA TOTAL 513.00 Kg./m<sup>2</sup>


## ♦ LOSA

Peso de la losa

$$W = 0.513 \text{ Kg./cm}$$

$$M = \frac{W \cdot l^2}{8}$$

$$\alpha = \sqrt{\frac{M}{R_B}}$$

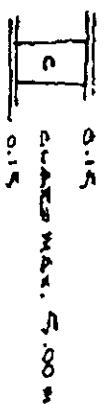

## CÁLCULO DE LA TRABE T-1

$$W = 2,500 \text{ Kg./m}$$

$$\frac{5000 \times 2}{2} = 5000$$

$$f'c = 210 \text{ Kg./cm}^2$$

$$fs = 2,100 \text{ Kg./cm}^2$$

$$fc = 0.45 (210) = 94.50 \text{ Kg./cm}^2$$

$$K = 0.28$$

$$J = 1 - K = 0.90$$

$$k = 11.90$$

$$h = 9$$

$$M = Kbd^2$$

$$d = \sqrt{\frac{M}{100}} \times 100$$

$$d = \sqrt{\frac{100}{k}} \sqrt{\frac{M}{b}}$$

$$d = 2.89 \sqrt{\frac{15,310}{30}} \text{ Kg.-m}$$

$$= 65.25 + R = 70 \text{ cm}$$


$$AS = \frac{M}{Fsdb} = \frac{15,310 \cdot 100}{2100 \cdot 90.65} = 12.46 \text{ cm}^2$$

$$2 \oslash \frac{3}{4}'' = 0.287 \text{ cm}^2$$


$$\frac{12.46}{2.87} = 4$$

$$2 \oslash \frac{3}{4}'' = 8.61$$

$$2 \oslash 5/8'' = \frac{3.98}{\sqrt{2.59}}$$

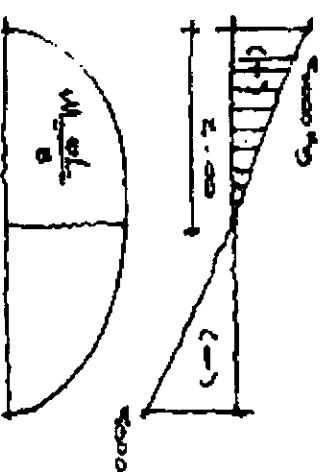

$\Rightarrow \frac{3}{8} \text{ compresa. } \Rightarrow \frac{3}{8} \text{ tensa.}$   
 $\Rightarrow 2 \oslash \frac{3}{8}'' \text{ reb.}$

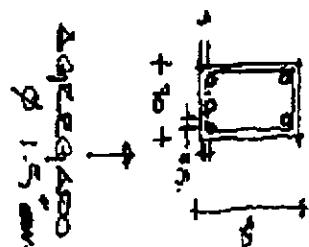

$$\begin{array}{ll}
 5/8'' = 1.58 \text{ cm} & 3 \times 10 = 5.70 \\
 \text{Varillas } \phi \quad \phi & 2 \times 1.58 = 3.16 \\
 1.5 & 30 = 8.16 \\
 \frac{3.16}{1.50} = 2.10 &
 \end{array}$$

Agregado máx. 2"

$$\frac{9.69}{1.50} = \frac{6.43}{2.54} = 2.53''$$

- CÁLCULO DE LOS ESTRIBOS.
- DIAGRAMA DE ESF. CORTANTE.

$$v = \frac{v}{bjd} = \frac{87.50}{30.05} = 4.48$$

$$v_{\max.} = 0.45 \sqrt{f'c} = 6,52 \text{ Kg/cm}^2$$



#### ESFUERZO CORTANTE DEL CONCRETO.

$$V = 0.3 \sqrt{f'c} = 4.39 \text{ Kg/cm}^2$$

$$v_c = 0.26 \sqrt{f'c} \frac{P_{wd}}{m}$$

$\tau = v_c / z = 0.26 v_c / 4.28$


$$\frac{x}{4.28} = \frac{0.28}{4.28} = 0.21 = 21 \text{ cm}$$

$$V_{ptv} = \frac{21 \times 0.28 \times 0.30}{2} = 88.2 \text{ Kg.}$$

1" a Ø 10

2" a Ø 15

3" a Ø 20 y 30

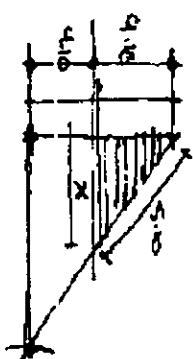

$$M = \frac{W \cdot l^2}{8} = \frac{0.513 \times 5.50^2}{8} = 1.60 \text{ Ton - M}$$

$$d = \sqrt{\frac{M}{RB}} = \sqrt{\frac{160,000}{13.742 \times 100}} = 10.79$$

$T = 10.75 + 0.5$  var. + 2 = 13.29  $\approx$  13.00 cm. máx. carga.

$$As = \frac{M}{Fs_{jd}} = \frac{160,000}{1,265 (0.87)(0.75)} = \frac{160,000}{825.41} = 9.39 \text{ cm}^2/\text{m.}$$

$$\delta = \frac{100 \text{ au}}{As} = \frac{100 \times 0.71}{9.39} = 7.56 \text{ cm} \approx 8.00 \text{ Separación min. carga.}$$

$$\leq 3 T = 3 \times 13.29 = 39.87$$

$\delta_{\text{Máx}}$

Sí

$$\leq 45$$


$$P = \frac{As}{Bd} \frac{9.39}{100 \times 10.79} = 0.00087 > 0.00020$$

$$As = pdt \quad 0.002 \times 100 \times 13.39 = 2,658 \text{ ml.}$$


$$St \frac{100 \text{ av}}{AST} = \frac{100 (0.71)}{2.658} = \frac{71}{2.65} = 27.30 \cong 27 \text{ cm. separación máx. temperatura.}$$

$$\text{tmáx.} \leq 5 \times 13 \times 5 = 75 \text{ cm}$$


$\leq$  Sí

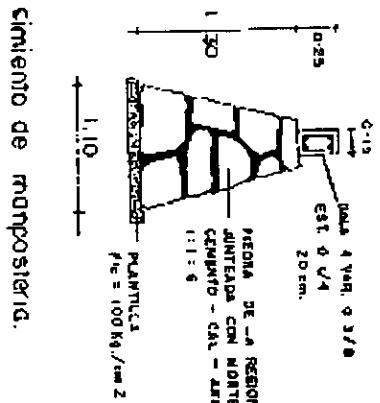


cimiento de mampostería.

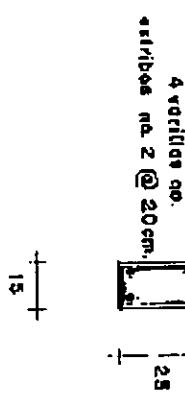

### CASTILLO K-1

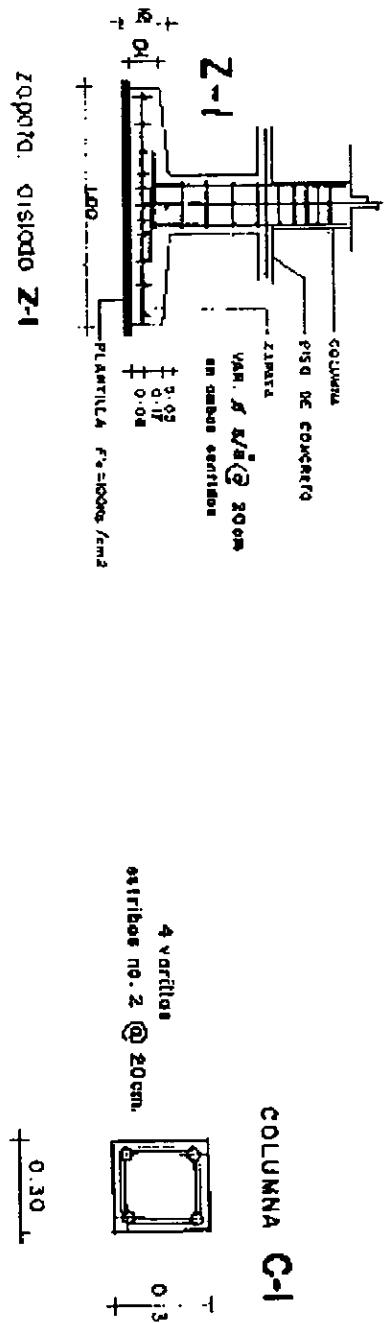

## CÁLCULO DE LA ZAPATA.

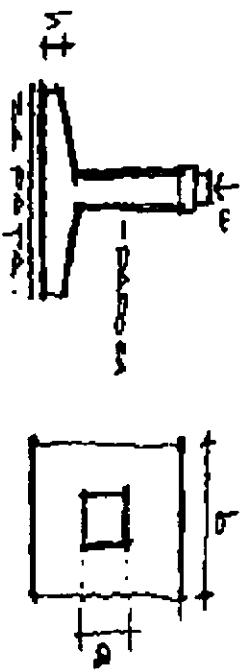

- ♦ El peralte mínimo debe ser de 15 cms.

Reacción del terreno.

$$r = r_v - 0.0024(h) -$$

$$r = 0.8 - 0.0024(15)$$

$$r = 0.75 \text{ Kg./cm}^2$$

### ALTURA DE LA ZAPATA

$$A = \frac{w}{r} = \frac{3}{0.75} = 1.4 \text{ m}^2 \rightarrow$$

Peralte de la zapata.

Área de la zapata.

$$A = b \cdot b = b^2$$

$$A = b^2$$

$$B = \sqrt{1.4} = 1.18 \text{ mts.}$$


Área de la zapata.


$$P = 3.5 \text{ Ton.}$$

$$a = 40 \text{ cms.}$$



$$r_v = 0.8 \text{ Kg./cm}^2$$

$$h = 20 \text{ cm}$$

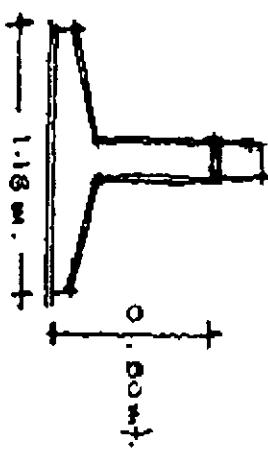


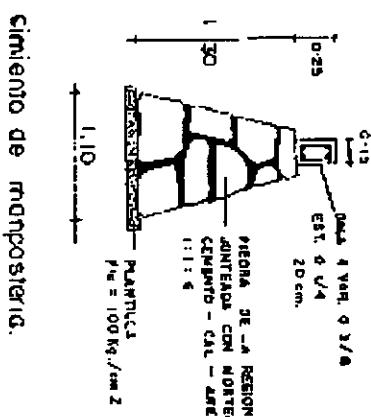

Cimiento de manjaring.

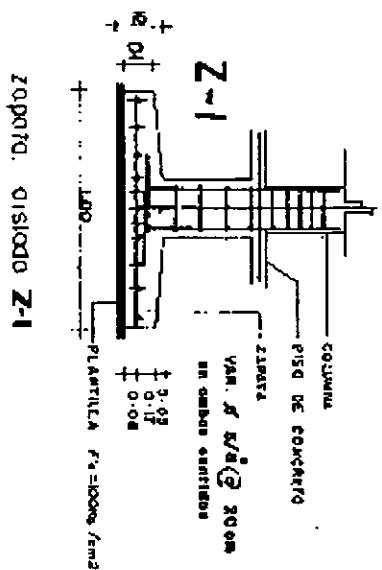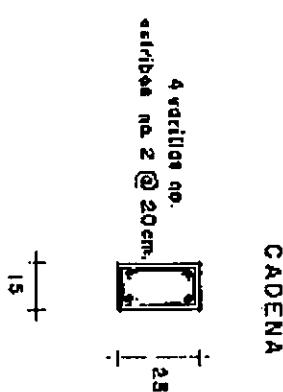


ZOPATA. Ø 500 Z-1

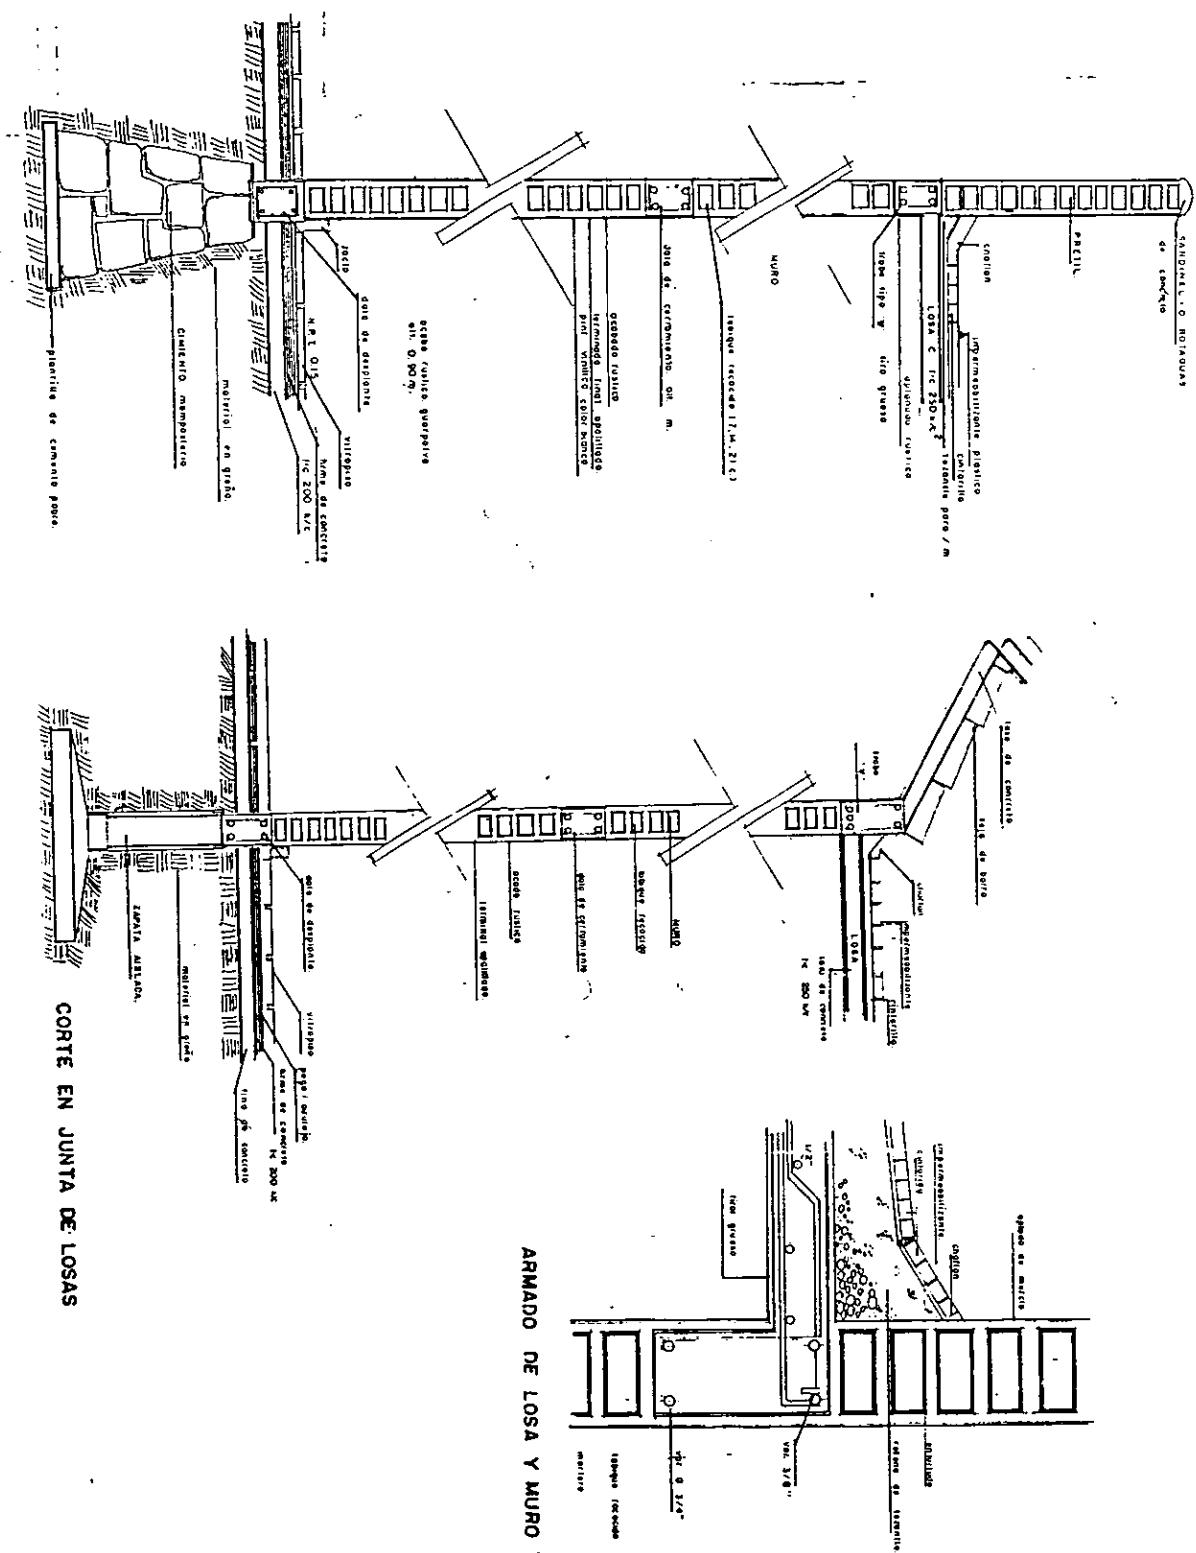

CORTE EN MURO


CORTE EN JUNTA DE LOSAS

**MAQUETA**

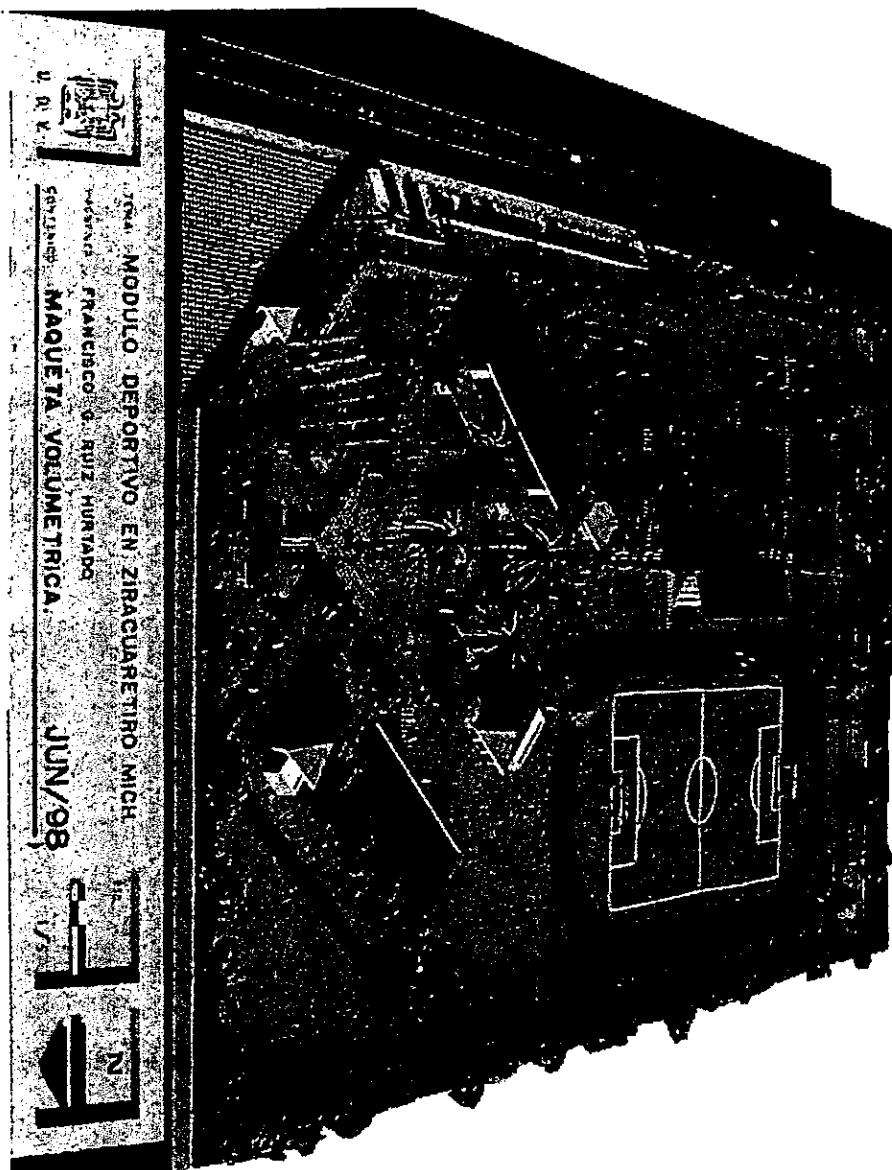


FOTOGRAFÍA DE MAQUETA



VISTA SUPERIOR  
A PARTIR DEL INGRESO

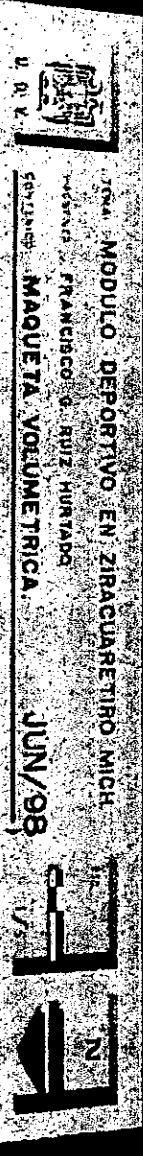

**FOTOGRAFÍA DE MAQUETA  
VISTA SUPERIOR**

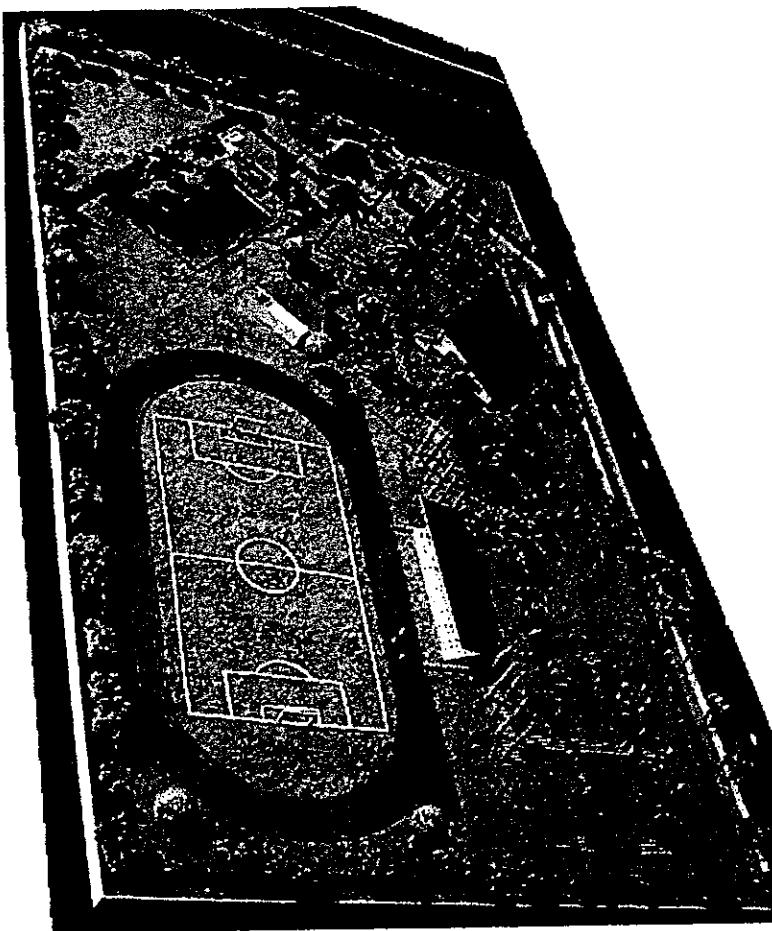

FOTOGRAFÍAS DE MAQUETA  
VISTAS GENERALES

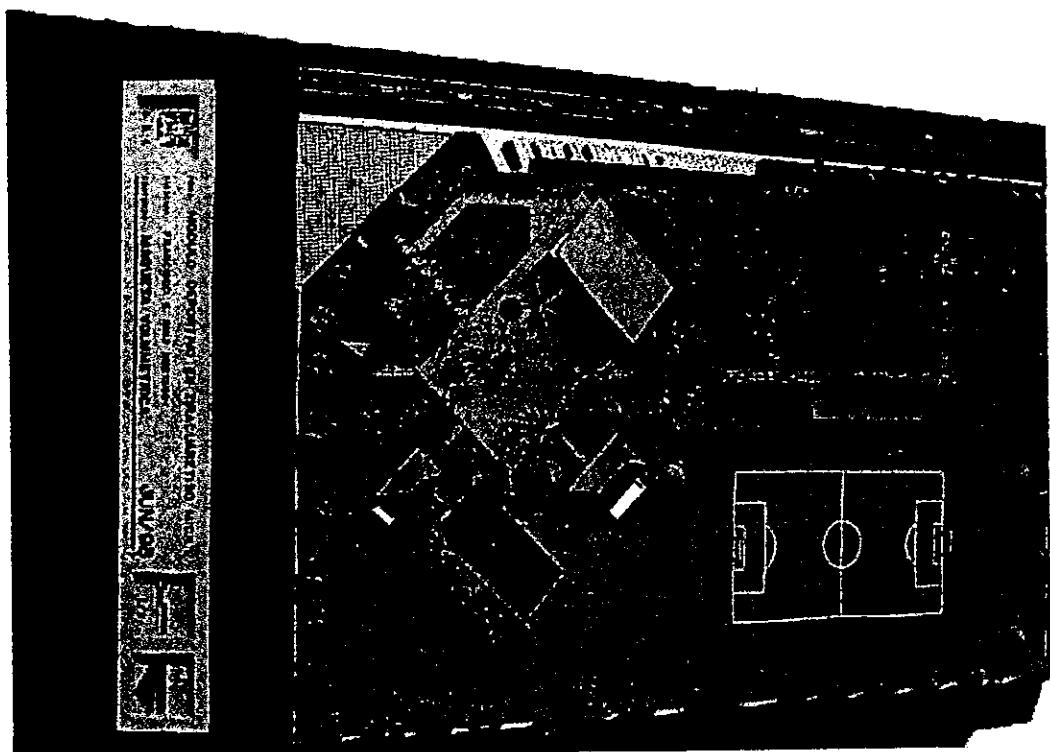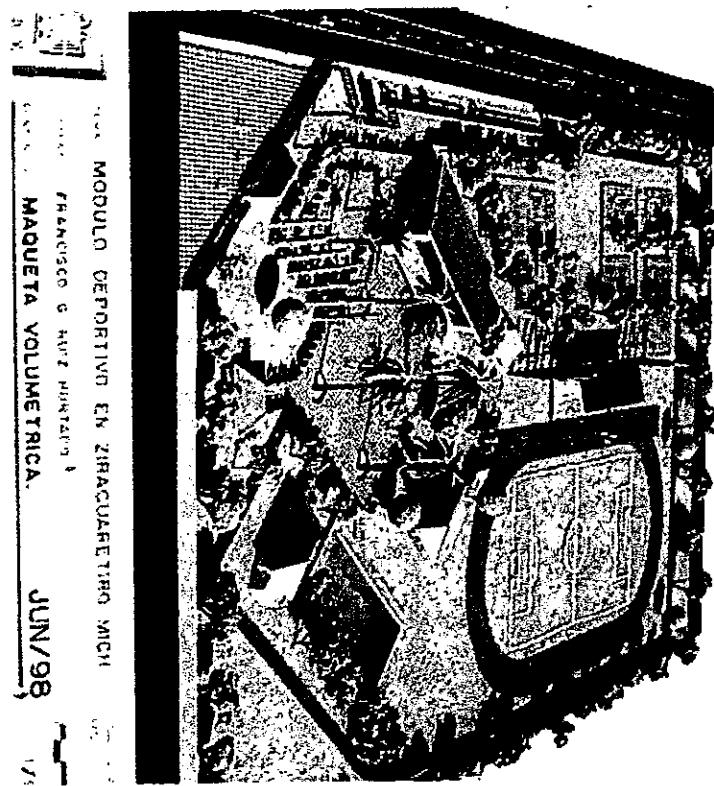


FOTOGRAFÍAS DE  
MAQUETA

Superior:  
VISTA FRONTAL

Izquierda:

VISTA GENERAL

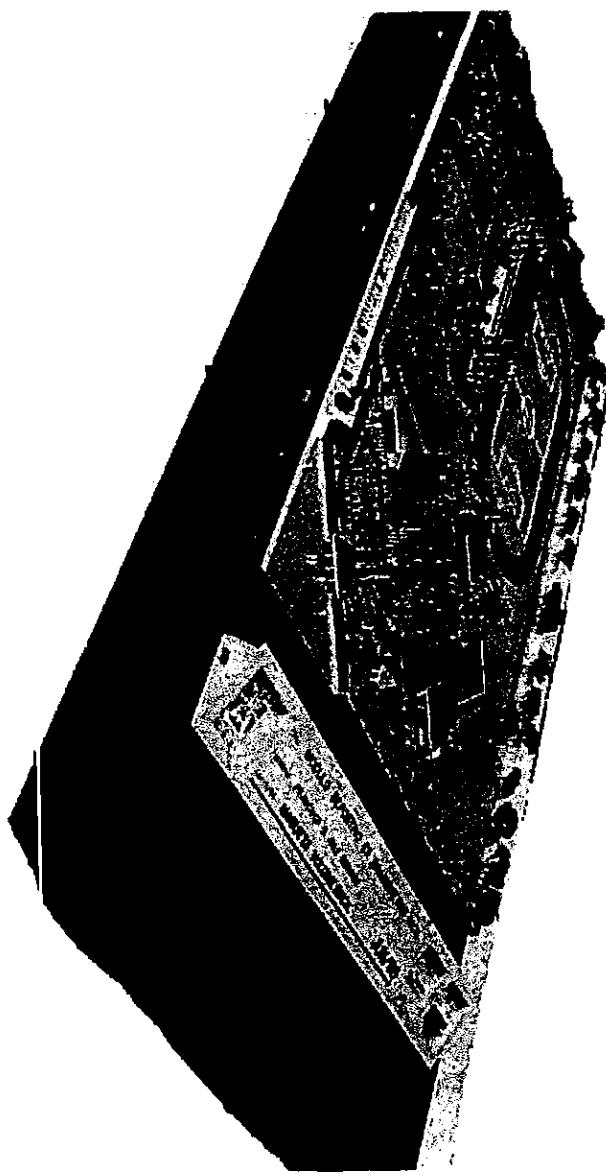

# **PRESUPUESTO**

## PRESUPUESTO GLOBAL

| PRELIMINARES   | CANTIDAD | UNIDAD         | P.UNITARIO                 | IMPORTE          |
|--|----------|----------------|----------------------------|------------------|
| Limpieza y trazo   | 4.400    | m <sup>2</sup> | 2,28                       | 10.032,00        |
| Despalme del terreno                                     | 1.100    | m <sup>2</sup> | 14,78                      | 16.258,00        |
| Trazo y nivelación                                       | 5.500    | m <sup>2</sup> | 14,70                      | 80.850,00        |
| Excavaciones   | 800      | m <sup>3</sup> | 17,00                      | 13.600,00        |
| Acarreos   |          |                |                            |                  |
| Rellenos   | 213      | m <sup>3</sup> | 19,97                      | 4.253,00         |
| Plantilla de concreto pobre f' c=100 kg./cm <sup>2</sup> | 150      | m <sup>3</sup> | 9,00                       | 1.350,00         |
| Cimientos de mampostería (1.30 x 1.10)                   | 880      | m <sup>3</sup> | 38,10                      | 33.440,00        |
| Zapatas aisladas base (1.10 x 1.10)                      | 197      | m <sup>3</sup> | 352,49                     | 69.440,53        |
| Cadena de cimentación                                    | 288      | m <sup>3</sup> | 486,12                     | 736.113,60       |
| Impermeabilización en cadenas                            | 440      | m <sup>1</sup> | 97,22                      | 44.776,80        |
| Registros compartidos                                    | 42       | pza.           | 33,37                      | 14.682,80        |
| Albañales  | 117      | m <sup>1</sup> | 540,16                     | 22.680,00        |
| Cisterna   | 1        | pza.           | 16,15                      | 11.889,55        |
| <b>T O T A L</b>   |          |                | <b>80.080,60</b>           | <b>80.080,60</b> |
|  |          |                | <b><u>1.139.446,88</u></b> |                  |

## ESTRUCTURA

| PRELIMINARES                          | CANTIDAD | UNIDAD         | P.UNITARIO | IMPORTE                    |
|---------------------------------------|----------|----------------|------------|----------------------------|
| Castillos de 15 x 15 cm               | 43       | m <sup>1</sup> | 60,02      | 2.580,86                   |
| Castillos de 15 x 20 cm               | 22       | m <sup>1</sup> | 96,73      | 2.128,06                   |
| Cadena de 15 x 20 cm                  | 440      | m <sup>1</sup> | 70,12      | 30.852,80                  |
| Muro de tabique (7, 14, 28 cm)        | 3.724    | m <sup>2</sup> | 103,33     | 384.800,92                 |
| Dala de liga                          | 20       | m <sup>1</sup> | 91,30      | 1.826,00                   |
| Columna 30 x 30 cm                    | 142      | m <sup>1</sup> | 208,23     | 29.568,66                  |
| Trabe de concreto armado f' c200kg/cm | 1.570    | m <sup>1</sup> | 468,71     | 735.874,70                 |
| T O T A L                             |          |                |            | <b><u>1.187.632,00</u></b> |

## COMPUESTOS

| PRELIMINARES  | CANTIDAD | UNIDAD         | P.UNITARIO | IMPORTE                 |
|---|----------|----------------|------------|-------------------------|
| Banquetas y caminamientos de concreto<br>f' c100kg/cm | 385      | m <sup>2</sup> | 60,00      | 23.100,00               |
| Guaniciones en jardin                                 | 413      | m <sup>1</sup> | 11,00      | 4.543,00                |
| Sardineles  | 270      | m <sup>1</sup> | 5,00       | 1.350,00                |
| Botaguas en pretil                                    | 270      | m <sup>1</sup> | 9,00       | 2.430,00                |
| T O T A L   |          |                |            | <b><u>31.423,00</u></b> |

## OBRA GRUESA

| PRELIMINARES   | CANTIDAD | UNIDAD         | P.UNITARIO        | IMPORTE    |
|--|----------|----------------|-------------------|------------|
| Losa de concreto armado de 10cm<br>espesor f' c=200kg/cm         | 1.012    | m <sup>2</sup> | 196,13            | 198.483,56 |
| Muros de concreto armado p/alberca 15cm<br>espesor f' c=250kg/cm | 4.000    | m <sup>2</sup> | 52,10             | 208.400,00 |
| Firme 5cm espesor  | 782      | m <sup>1</sup> | 40,38             | 31.577,16  |
| Puesta de cintarilla   | 1.012    | m <sup>2</sup> | 23,00             | 23.276,00  |
| Impermeabilización en losa plana                                 | 512      | m <sup>2</sup> | 39,00             | 19.968,00  |
| Chafan de 7 x 7 cm de concreto f' c100kg/cm <sup>2</sup>         | 220      | m <sup>1</sup> | 12,00             | 2.640,00   |
| Impermeabilización de azotea                                     | 1.100    | m <sup>2</sup> | 15,00             | 16.500,00  |
| Prefiles   | 347      | m <sup>1</sup> | 14,33             | 4.972,51   |
| <b>T O T A L</b>   |          |                | <b>505.817,23</b> |            |

## **ACABADOS**

| PRELIMINARES                                    | CANTIDAD | UNIDAD         | P.UNITARIO | IMPORTE                  |
|---|----------|----------------|------------|--------------------------|
| Aplanado en muros                               | 3.724    | m <sup>2</sup> | 66,80      | 248.763,20               |
| Aplanado en plafon                              | 1.012    | m <sup>2</sup> | 49,70      | 50.296,40                |
| Enboquillado en aplanado para ferfil en aristas | 1.874    | m <sup>l</sup> | 48,39      | 90.682,86                |
| Acabado escobillado integral en piso            | 385      | m <sup>2</sup> | 64,43      | 24.805,55                |
| Piso de loseta interceramic 30 x 30 cm          | 315      | m <sup>2</sup> | 125,21     | 39.441,15                |
| Colocación de zoclo de ceramica                 | 427      | m <sup>l</sup> | 21,22      | 9.060,94                 |
| Recubrimiento en muro con azulejo               | 113      | m <sup>2</sup> | 125,21     | 14.148,73                |
| Tirol en plafones                               | 502      | m <sup>2</sup> | 43,44      | 21.806,88                |
| Gotero en losa inclinadas                       | 603      | m <sup>l</sup> | 40,12      | 24.192,36                |
| Pintura vinilica en muros y plafones            | 4.500    | m <sup>2</sup> | 23,25      | 104.625,00               |
| <b>T O T A L</b>                                |          |                |            | <b><u>627.823,07</u></b> |

## INST. SANITARIA

|   | PRELIMINARES     | CANTIDAD | UNIDAD | P.UNITARIO        | IMPORTE    |
|---|------------------|----------|--------|-------------------|------------|
| Plomeria material                           |                  | 34       | lote   | 3.000,00          | 102.000,00 |
| Inst. de plomería mano de obra              |                  | 34       | pza    | 3.119,00          | 102.000,00 |
| Coladeras                                   |                  | 17       | pza    | 70,00             | 1.190,00   |
| Tendido de tubería P.V.C. Hidráulico 2"plg. |                  | 403      | pza    | 58,05             | 23.394,15  |
| Colocación de tubería CU 1/2" plg.          |                  | 52       | pza    | 27,05             | 1.406,60   |
| Colocación de codo de 1/2                   |                  | 112      | pza    | 21,23             | 2.377,76   |
| Colocación de TEE cobre 1/2                 |                  | 172      | pza    | 23,50             | 4.042,00   |
| Colocación de TEE P.V.C. Hidráulico 2"      |                  | 150      | pza    | 23,50             | 3.525,00   |
| Colocación de pichancha                     |                  | 1        | pza    | 49,00             | 49,00      |
| Colocación de hidroneumático de 500 lts.    |                  | 1        | pza    | 700,00            | 700,00     |
| Colocación de bomba de hp jasa              |                  | 1        | pza    | 500,00            | 500,00     |
| Suministro y colocación de llave nariz      |                  | 30       | pza    | 41,40             | 1.242,00   |
| Colocación de coladera para alberca         |                  | 11       | pza    | 52,50             | 577,50     |
| Colocación de rociadores                    |                  | 70       | pza    | 40,00             | 2.800,00   |
| Tendido y colocación de aspersores          |                  | 18       | pza    | 40,00             | 720,00     |
| Colocación de medidor                       |                  | 1        | pza    | 102,08            | 102,08     |
|   | <b>T O T A L</b> |          |        | <b>148.026,09</b> |            |

## MUEBLES

| PRELIMINARES   | CANTIDAD | UNIDAD    | P.UNITARIO | IMPORTE                 |
|--|----------|-----------|------------|-------------------------|
| Colocación de lavabo color blanco marca IDEAL standart | 30       | pza       | 923,36     | 27.700,80               |
| Colocación de inodoro                                  | 34       | pza       | 523,30     | 17.792,20               |
| Colocación de migitorio                                | 6        | pza       | 830,22     | 4.981,32                |
| Colocación de regadera                                 | 8        | pza       | 168,32     | 1.346,56                |
| Calentador de paso                                     | 1        | pza       | 1.300,02   | 1.300,02                |
| Hidroneumático de 550 lts.                             | 1        | pza       | 8.000,45   | 8.000,45                |
| Bomba de 3 HP  | 1        | pza       | 5.000,72   | 5.000,72                |
|  |          | T O T A L |            | <u><u>66.122,07</u></u> |

## HERRERIA

| PRELIMINARES                               | CANTIDAD | UNIDAD    | P.UNITARIO | IMPORTE                  |
|--|----------|-----------|------------|--------------------------|
| Puerta entrada 1 x 2.50 mt.                | 21       | pza       | 2.300,00   | 48.300,00                |
| Puerta de 1.10 x 2.70 mt                   | 4        | pza       | 2.570,00   | 10.280,00                |
| Ventanas de .80 x 1.60 mt.                 | 7        | pza       | 1.100,00   | 7.700,00                 |
| Canceles para división de baño y regaderas | 14       | pza       | 1.500,00   | 21.000,00                |
| Ventanas de 1.10 x 3.00                    | 11       | pza       | 2.350,00   | 25.850,00                |
|  |          | T O T A L |            | <u><u>113.130,00</u></u> |

## ELECTRICA

|                                       | PRELIMINARES |                  |                         |
|---------------------------------------|--------------|------------------|-------------------------|
|                                       | CANTIDAD     | UNIDAD           | P.UNITARIO              |
| Salida centro                         | 22           | sal              | 144,00                  |
| Contactos                             | 26           | sal              | 144,00                  |
| Gabinetes empotrados                  | 37           | pza              | 175,00                  |
| Spots                                 | 17           | pza              | 144,00                  |
| Interruptores 30 x 60 amperes         | 6            | pza              | 870,00                  |
| Instalación de campanas industrial    | 20           | pza              | 310,00                  |
| Reflectores de piso                   | 27           | pza              | 310,00                  |
| Pedestal para lamineria intemperie    | 21           | pza              | 2.300,00                |
| Alimentación                          | 1            | lote             | 1.900,00                |
| Suministro de tablero de dist.        | 1            | pza              | 884,00                  |
| Colocación de varilla copperweld 5/8" | 1            | pza              | 99,00                   |
|                                       |              |                  | <b><u>99,00</u></b>     |
|                                       |              |                  | <b><u>86.808,00</u></b> |
|                                       |              | <b>T O T A L</b> |                         |

## CERRAJERIA

| PRELIMINARES           | CANTIDAD | UNIDAD    | P.UNITARIO | IMPORTE                 |
|------------------------|----------|-----------|------------|-------------------------|
| Chapas exteriores      | 21       | pza       | 350,00     | 7.350,00                |
| Chapas de seguridad    | 4        | pza       | 550,00     | 2.200,00                |
| Chapas de comunicación | 4        | pza       | 310,00     | 1.240,00                |
|                        |          | T O T A L |            | <u><b>10.790,00</b></u> |

## VIDRIERIA

| PRELIMINARES     | CANTIDAD | UNIDAD    | P.UNITARIO | IMPORTE                |
|------------------|----------|-----------|------------|------------------------|
| Vidrio sencillo  | 45       | pza       | 100,00     | 4.500,00               |
| Vidrio filtraso! | 10       | pza       | 270,00     | 2.700,00               |
|                  |          | T O T A L |            | <u><b>7.200,00</b></u> |

## JARDINERIA

| PRELIMINARES      | CANTIDAD | UNIDAD         | P.UNITARIO | IMPORTE                  |
|-------------------|----------|----------------|------------|--------------------------|
| Cultivo de pasto  | 20.000   | m <sup>2</sup> | 15,00      | 300.000,00               |
| Arboles de ornato | 30       | pza            | 7,00       | 210,00                   |
| Ficus             | 42       | pza            | 21,00      | 882,00                   |
| Liquidambar       | 50       | pza            | 19,00      | 950,00                   |
|                   |          | T O T A L      |            | <u><b>302.042,00</b></u> |

# RESUMEN

|                           |                                   |
|---------------------------|-----------------------------------|
| PRELIMINARES              | 1.139.446,88                      |
| ESTRUCTURA                | 1.187.632,00                      |
| COMPUESTOS                | 31.423,00                         |
| OBRA GRUESA               | 505.817,23                        |
| ACABADOS                  | 627.823,07                        |
| SANITARIA                 | 148.026,09                        |
| MUEBLES                   | 66.122,07                         |
| HERRERIA                  | 113.130,00                        |
| ELECTRICA                 | 86.808,00                         |
| CERRAJERIA                | 10.790,00                         |
| VIDRIERIA                 | 7.200,00                          |
| JARDINERIA                | 302.042,00                        |
| <b>GRAN TOTAL</b>         | <b>4.226.260,34</b>               |
| <br>EL TERRENO            | <br><hr/> <hr/> <hr/> <hr/> <hr/> |
| METROS CUADRADOS          | 80.500,00                         |
| Precio por m <sup>2</sup> | \$ <hr/> <hr/> <hr/> <hr/> <hr/>  |
|                           | 77,34                             |

## BIBLIOGRAFÍA

- ◆ PLAZOLA Cisneros, Alfredo.  
Arquitectura Deportiva  
Editorial Limusa.
- ◆ HERNÁNDEZ Vazquez José Luis.  
Instalaciones Deportivas en Centros Deportivos  
Editorial Consejo Superior de Deportes en España.
- ◆ BIBLIOTECA Atrium de la Arquitectura.  
Centros Deportivos  
Editorial Gustavo Gili.
- ◆ Instalaciones Deportivas para los Juegos Olímpicos del '68 en México  
Revista Conesca  
Abril del '68.
- ◆ GIRARTE Gómez Guadalupe.  
Sistema de señalización para la Unidad Deportiva Hermanos López Rayón.  
Tesis Licenciatura de Diseño Gráfico.
- ◆ SUBIRATS Simón Helena.  
Problemática y retos de la enseñanza del deporte.