

13
Zep
UNIVERSIDAD ANAHUAC



UNIVERSIDAD ANAHUAC
ESTADO DE MEXICO, S.A.

CONJUNTO HABITACIONAL DE INTERES SOCIAL DELEGACION TLAHUAC, D.F.

TESIS

QUE PARA OBTENER EL TITULO DE:


ARQUITECTO

PRESENTA:

MOISES KOPELIOVICH EFRATO

MEXICO, D.F.

1987

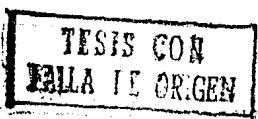



UNAM – Dirección General de Bibliotecas Tesis Digitales Restricciones de uso

DERECHOS RESERVADOS © PROHIBIDA SU REPRODUCCIÓN TOTAL O PARCIAL

Todo el material contenido en esta tesis está protegido por la Ley Federal del Derecho de Autor (LFDA) de los Estados Unidos Mexicanos (México).

El uso de imágenes, fragmentos de videos, y demás material que sea objeto de protección de los derechos de autor, será exclusivamente para fines educativos e informativos y deberá citar la fuente donde la obtuvo mencionando el autor o autores. Cualquier uso distinto como el lucro, reproducción, edición o modificación, será perseguido y sancionado por el respectivo titular de los Derechos de Autor.

I N D I C E

| | | |
|------|--|----|
| 1.- | EL TEMA | 5 |
| 2.- | LA INVESTIGACION | 6 |
| 2.1 | EL PROBLEMA DE LA VIVIENDA | 6 |
| 2.2 | EL SISTEMA CONSTRUCTIVO | 6 |
| 2.3 | LA ZONA | 7 |
| 2.4 | LA AUTOCONSTRUCCION | 8 |
| 2.5 | INFORMACION URBANA | 10 |
| 3.- | EL PROGRAMA ARQUITECTONICO | 33 |
| 3.1 | RESUMEN DE AREAS | 34 |
| 4.- | EL PROYECTO | 36 |
| 5.- | EL ESTUDIO ECONOMICO | 81 |
| 5.1 | EL TERRENO | 81 |
| 5.2 | PROYECTO EJECUTIVO COMPLETO | 81 |
| 5.3 | LICENCIAS | 82 |
| 5.4 | LA URBANIZACION | 82 |
| 5.5 | LA EDIFICACION | 82 |
| 5.6 | APERTURA DE CREDITO PUENTE | 83 |
| 5.7 | FINANCIAMIENTO BANCARIO | 83 |
| 5.8 | OBTENCION DEL INTERES | 83 |
| 5.9 | IMPREVISTOS | 84 |
| 5.10 | RESUMEN DE COSTOS Y UTILIDADES | 85 |
| 5.11 | PROGRAMA DE INVERSIONES Y RECUPERACIONES | 86 |
| 5.12 | CREDITO PUENTE | 87 |
| 6.- | BIBLIOGRAFIA | 89 |
| 6.1 | FUENTES DE INFORMACION | 90 |

1.- EL TEMA

De entre los graves problemas por los que atraviesa el país y por el que mucho podemos y debemos hacer quienes pretendemos hacer la arquitectura, es sin duda la falta de una vivienda popular realmente accesible a la gente de escasos recursos, particularmente en las grandes ciudades, como el Distrito Federal y su descontrolada área metropolitana.

Es por ello que elegí como tema de esta tesis, un conjunto habitacional de interés social, con sistema modular prefabricado y crecimiento por autoconstrucción, con lo que intento colaborar a la solución del problema.

Pretendo diseñar un conjunto habitacional con viviendas muy económicas, pero dignas y funcionales, que estén realmente al alcance de la clase media baja que es la que predomina en el país y que más la necesita, viviendas que tengan posibilidad individual de crecimiento para adaptarse prácticamente a cualquier familia por medio de autoconstrucción, con la asesoría y capacitación necesarias.

Un conjunto que ayude a aliviar la situación y en donde sea más necesario y urgente, en una zona donde solucione problemas y no los cause, en un sitio donde se pueda acercar la vivienda a los lugares de trabajo, y por ende ahorro de tiempo, dinero y problemas para todos,

Para la ubicación del proyecto, me decidí por la Delegación de Tláhuac en el Distrito Federal por ser ésta una zona que aparte de padecer el problema, presenta en la colonia La Nopalera una de las mejores posibilidades para desarrollarlo.

El terreno se localiza entre las calles de El Porvenir y Santa Cruz y es de fácil acceso a través de la Calzada Tulyehualco y cuenta con las proporciones y condiciones topográficas adecuadas para el proyecto.

2.- LA INVESTIGACION

2.1 EL PROBLEMA DE LA VIVIENDA

En nuestro país el problema de la escasez de vivienda es cada día más 80 millones de mexicanos con tan sólo 12 millones de viviendas, de las que la g Según estadísticas, en los próximos 30 años seremos ya 140 millones y se requ 670,000 viviendas por año de las que hoy sólo se construyen 90,000.

El crecimiento anual del 3%, nos dá 2'400,000 habitantes más por año y a tes por vivienda, una demanda real de por lo menos 440,000 viviendas por añ millones de pesos por cada una, nos damos cuenta de la inversión billonaria q ntar el problema, por lo que no está al alcance de ninguna institución pública.


La situación es realmente grave y requiere de soluciones económicas, rápi rá posible en la medida que se ponga al alcance de las clases populares, una mica, utilizando para lograrlo sistemas de construcción prefabricados y con autoconstrucción.

2.2 EL SISTEMA CONSTRUCTIVO

Uno de estos sistemas, a base de elementos modulares hechos de un com madera, representa un auténtico avance en materiales y sistemas de construcció tajas sobre de otros, a los objetivos planteados en el proyecto, ya que, aun uso de la autoconstrucción, dos factores básicos para la reducción substancial materiales y tiempos de construcción.

El sistema presenta las siguientes características y cualidades principales

CROQUIS DE LOCALIZACION

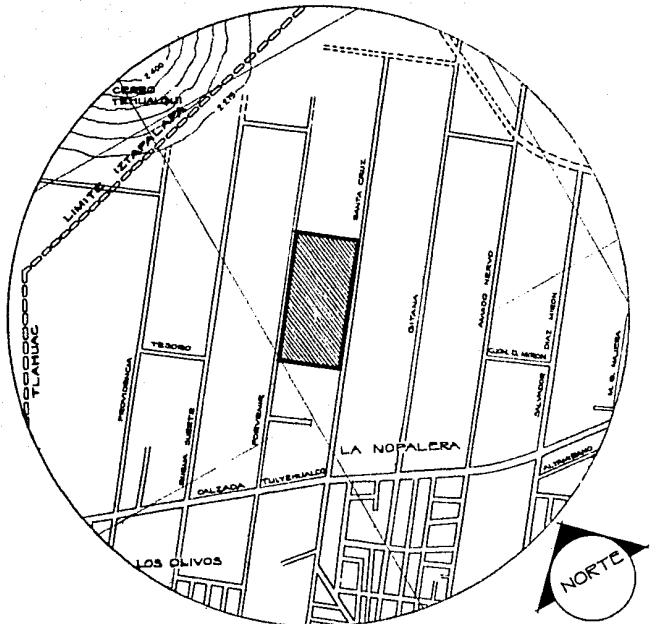

2.- LA INVESTIGACION

2.1 EL PROBLEMA DE LA VIVIENDA

En nuestro país el problema de la escasez de vivienda es cada día más grave; somos en la actualidad 80 millones de mexicanos con tan sólo 12 millones de viviendas, de las que la gran mayoría son inadecuadas. Según estadísticas, en los próximos 30 años seremos ya 140 millones y se requerirán para entonces construir 670,000 viviendas por año de las que hoy sólo se construyen 90,000.

El crecimiento anual del 3%, nos dá 2'400,000 habitantes más por año y a un promedio de 5.5 habitantes por vivienda, una demanda real de por lo menos 440,000 viviendas por año; si consideramos de 3 a 5 millones de pesos por cada una, nos damos cuenta de la inversión billonaria que se requeriría para solucionar el problema, por lo que no está al alcance de ninguna institución pública ni privada.

La situación es realmente grave y requiere de soluciones económicas, rápidas y eficaces y ésto sólo será posible en la medida que se ponga al alcance de las clases populares, una vivienda efectivamente económica, utilizando para lograrlo sistemas de construcción prefabricados y con posibilidad de crecimiento por autoconstrucción.

2.2 EL SISTEMA CONSTRUCTIVO

Uno de estos sistemas, a base de elementos modulares hechos de un compuesto de cemento y viruta de madera, representa un auténtico avance en materiales y sistemas de construcción y se presta con muchas ventajas sobre de otros, a los objetivos planteados en el proyecto, ya que, aunado a su bajo costo, permite el uso de la autoconstrucción, dos factores básicos para la reducción substancial de los costos en mano de obra, materiales y tiempos de construcción.

El sistema presenta las siguientes características y cualidades principales:

- * Es económico.
- * Requiere de un mínimo de mano de obra especializada.
- * Facilita la autoconstrucción.
- * Se compone de elementos modulares ligeros, pero resistentes.
- * Requiere solamente de una losa de cimentación, con trabe perimetral. Dejando ahogadas las anclas para la colocación de los muros.
- * Facilita la colocación de instalaciones dentro de los elementos para pisos, muros y techos.
- * Sustenta estructuralmente por sí sólo 2 niveles.
- * Es prácticamente incombustible.
- * Es aislante térmico y acústico.
- * Se le puede cortar, ranurar, labrar, perforar, unir, pegar, etc.
- * Es un sistema constructivo seco, no requiere de agua ni mezclas.
- * Acepta una gran variedad de acabados tales como pinturas, lambrines y tejas.

2.3 LA ZONA

La Delegación Tláhuac se localiza al sur del Distrito Federal, colinda al norte con la Delegación Ixtapalapa, al sur con la de Milpa Alta, al oriente con el Estado de México y al poniente con las de Coyoacán

y Xochimilco. Su territorio está conformado en un 60% por áreas de amortiguamiento y conservación, el 25% por áreas urbanizadas y el 15% restante por terrenos baldíos y reservas territoriales.

El plan de desarrollo urbano para el Distrito Federal, considera a la Delegación Tláhuac como una de las que presentan las mejores posibilidades para encauzar el crecimiento de la ciudad por el gran porcentaje de terrenos baldíos prácticamente planos que facilitarían la introducción de infraestructura urbana e industrial.

Se estima que su población para el año 2000 ascenderá a 450,000 habitantes, por lo que es ya necesario prever las necesidades de equipamiento, infraestructura, servicios, fuentes de trabajo y viviendas.

Ocupa el octavo lugar en extensión entre las demás delegaciones con una superficie de 88.41 Km²., y existen en ella, entre otros datos, 25 escuelas primarias, 3 secundarias, 1 escuela agropecuaria, 1 técnica 17 parques deportivos y 6 mercados.

Se estima como muy conveniente la promoción de la autoconstrucción de conjuntos habitacionales de interés social, por lo que es necesario fomentar la creación de organismos que colaboren a ello.

La Delegación Tláhuac es una de las que tiene menor densidad de población, cuenta en la actualidad con 158,000 habitantes y se estima que de cada 100 de ellos, 16 se quedan en el campo a trabajar y del resto, la gran mayoría padece graves problemas de transporte para trasladarse a sus lugares de trabajo localizados por lo general fuera de la zona.

2.4 LA AUTOCONSTRUCCION

Es el procedimiento de construcción más antiguo que existe y es hoy en día, un fenómeno muy común en nuestro país, tanto en el campo, como en la periferia de las grandes ciudades, y en éstas, los asentamientos humanos irregulares y fuera de todo control y planeación, causan innumerables problemas no sólo a quienes habitan este tipo de viviendas, sino a toda la comunidad.


La autoconstrucción bien planificada y dirigida, es no sólo conveniente, sino necesaria, ya que además de abatir considerablemente los costos, promueve la unión familiar y la integración comunitaria, amén de proporcionar gran satisfacción personal a los participantes, lo que les hará apreciar más su vivienda y por tanto, cuidarla y conservarla mejor.

Para el proyecto, el sistema prefabricado seleccionado se presta muy satisfactoriamente para el procedimiento de autoconstrucción, aplicándolo para el crecimiento independiente de cada vivienda.

FIGURA I


10

2.5 INFORMACION URBANA

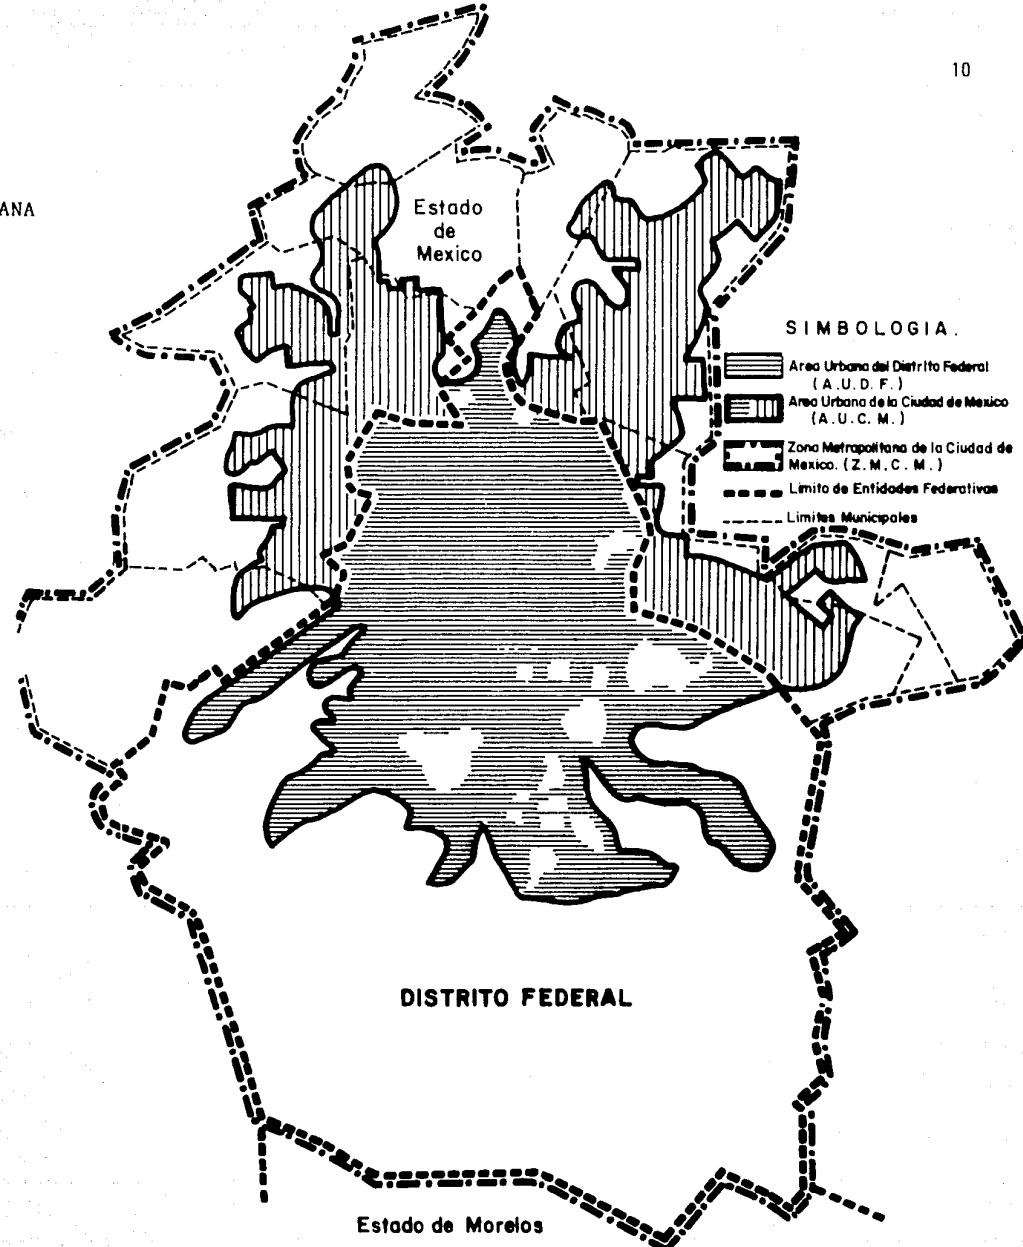

TLAHUAC

LAMINA II ESQUEMA DE VIALIDAD Y TRANSPORTE

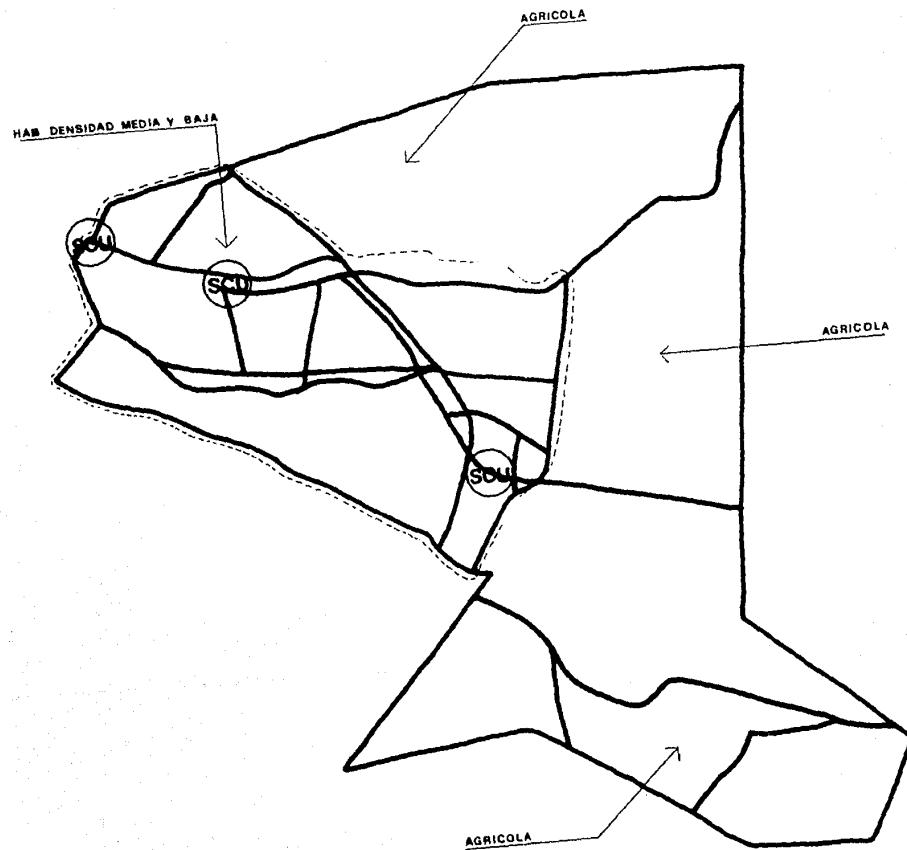


TLAHUAC



LAMINA II ESC

TRANSPORTE

TLAHUAC

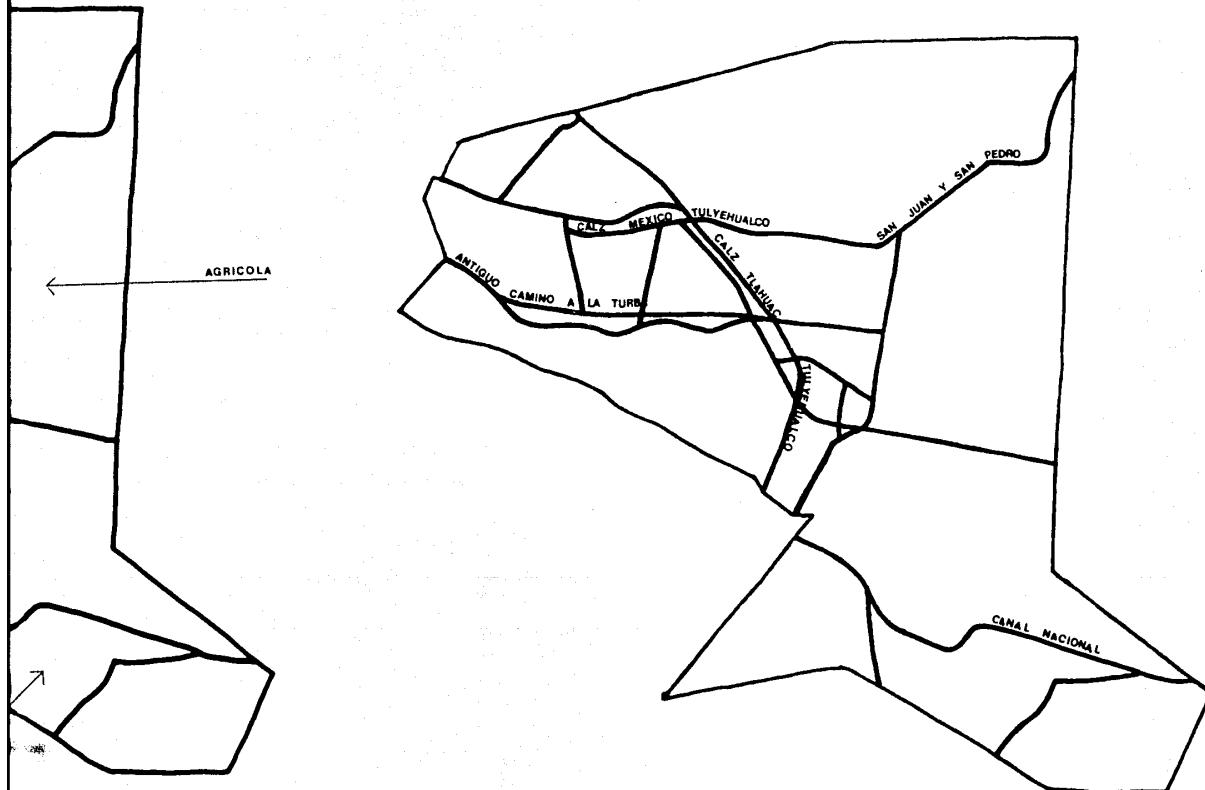


TLAHUAC

LAMINA II ESQUEMA DE VIALIDAD Y TRANSPORTE

FIG

TLAHUAC

2a AGRUPACION CUBRE 356 HAS
CON 13 ZONAS SECUNDARIAS

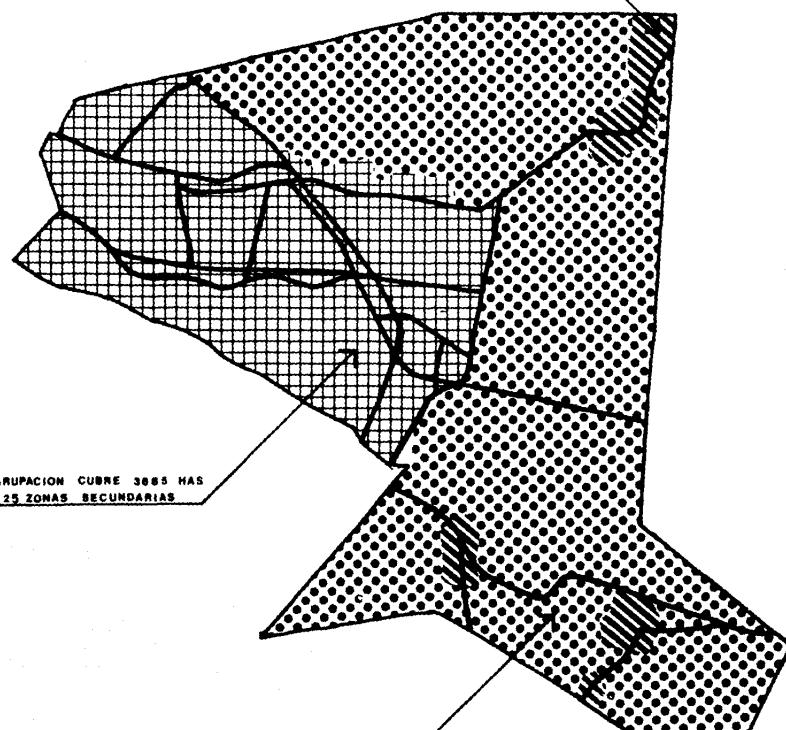

1a AGRUPACION CUBRE 3885 HAS
CON 25 ZONAS SECUNDARIAS


3a AGRUPACION CUBRE 5090 HAS
CON 4 ZONAS SECUNDARIAS

ESTADO DE MEXICO


ESTADO DE MO


LAMINA III AGRUPACIONES DE ZONAS SECUNDARIAS

FIGURA 2

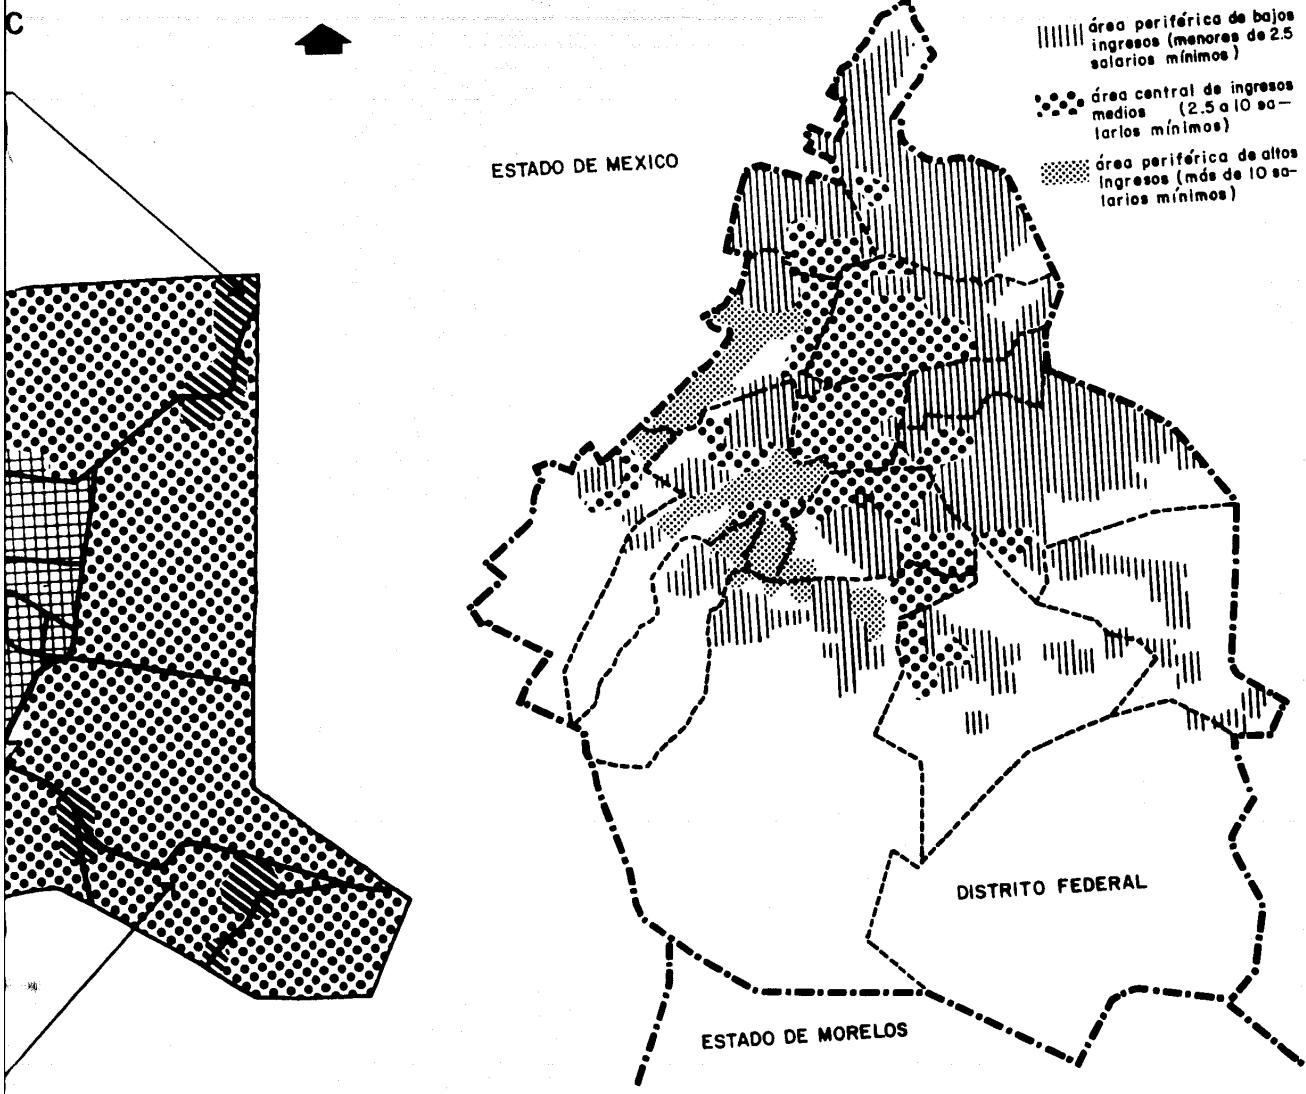

ACIONES DE ZONAS SECUNDARIAS

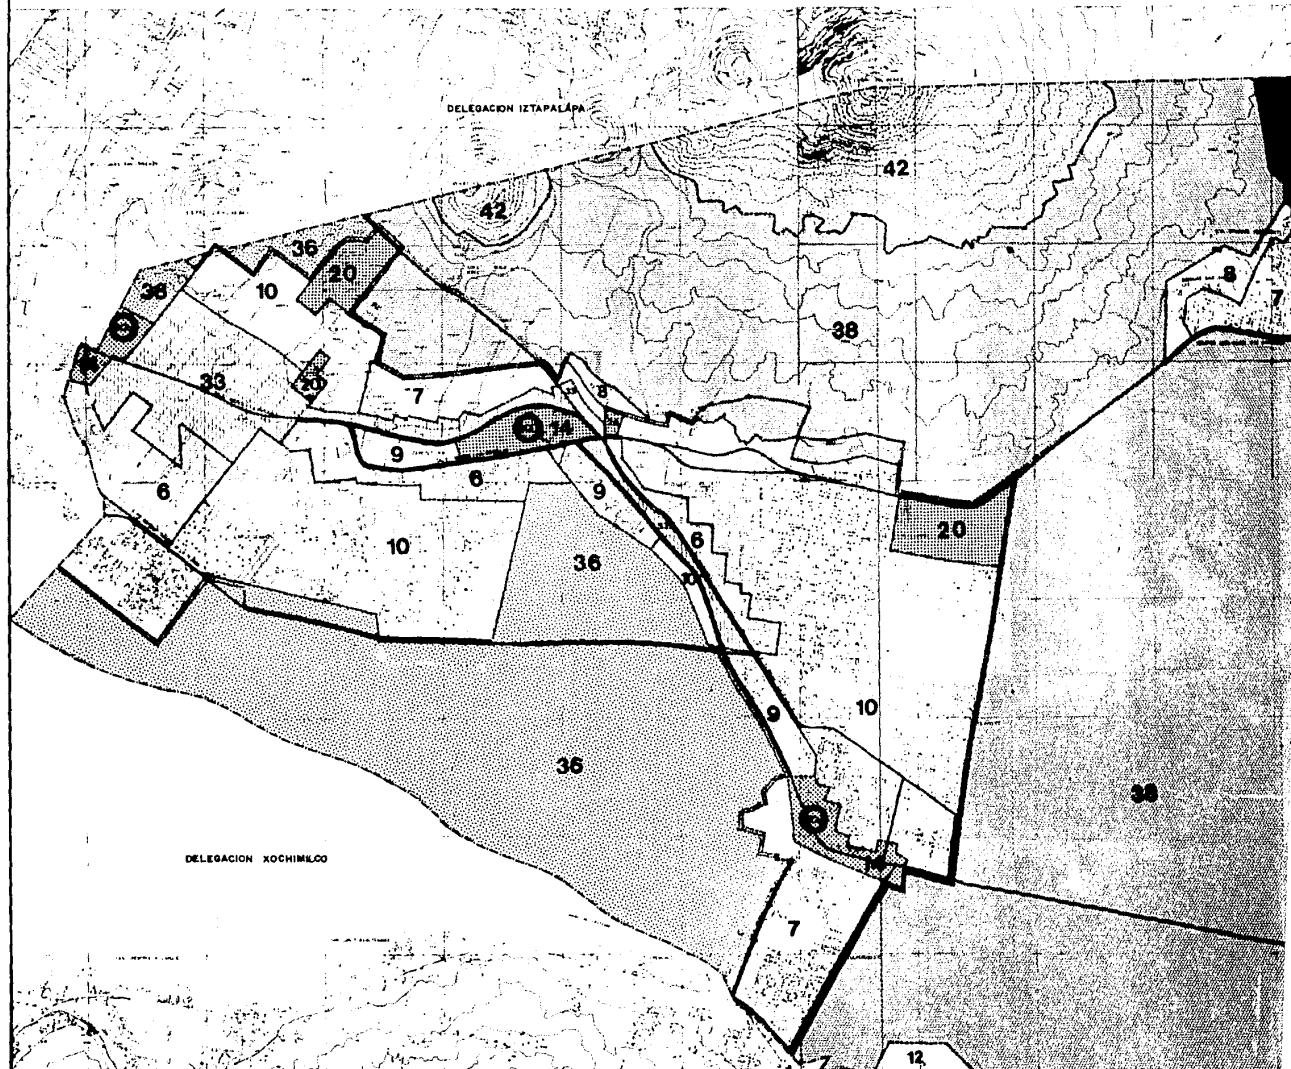

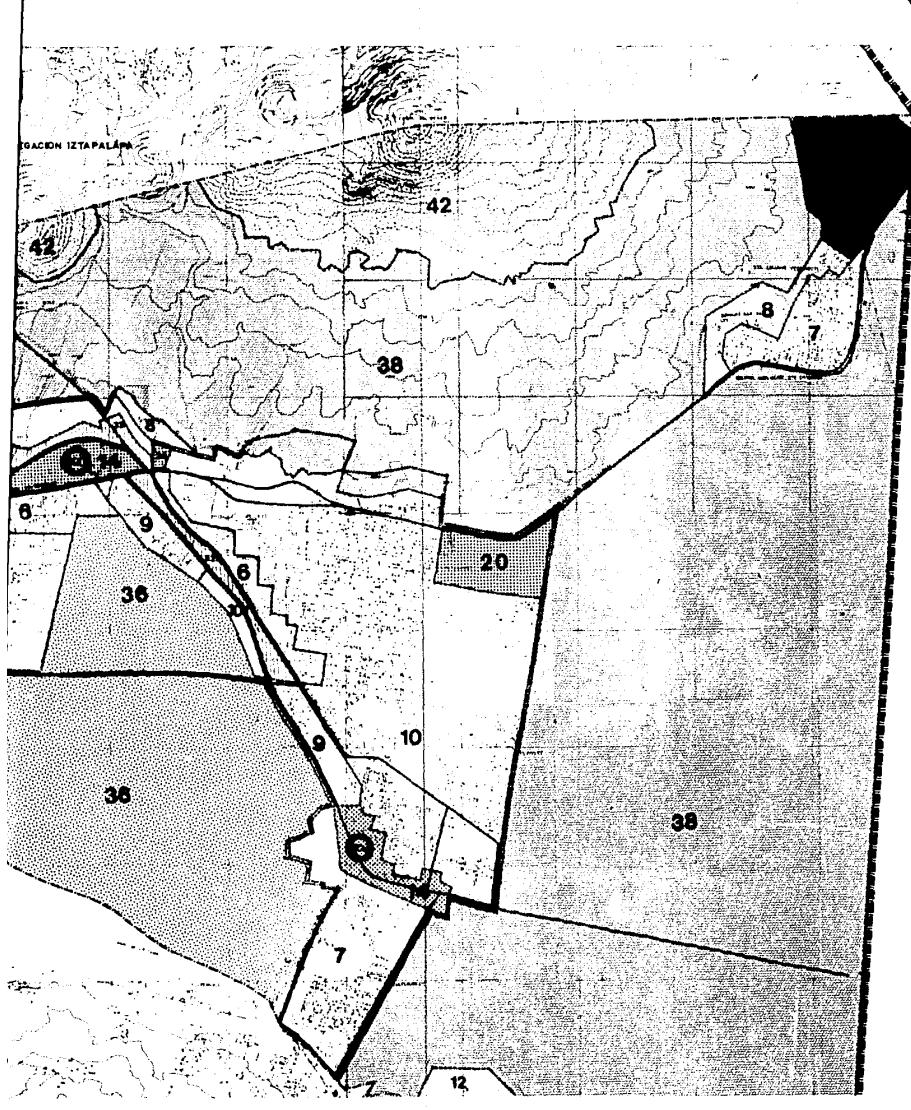

DISTRITO FEDERAL

plan parcial de desarrollo urbano

**DELEGACION
TLAHUAC**

SIMBOLOGIA

| | |
|--------------------------|-------------------------|
| LIMITE DISTRITO FEDERAL | LIMITE DE ZONAS |
| LIMITE DELEGACIONAL | C.U. CENTRO URBANO |
| LIMITE Z AMORTIGUAMIENTO | S.C.U. SUBCENTRO URBANO |
| LIMITE CORREDOR URBANO | VIALIDAD PRINCIPAL |
| HABITACIONAL | AGRICOLA Y PECUARIO |
| SERVICIOS | FORESTAL |
| INDUSTRIA | AGUA EN CUERPOS DE AGUA |
| MATOS | |
| ESPACIOS ABIERTOS | |
| INFRAESTRUCTURA | |

USOS, DESTINOS Y RESERVAS E-1



EL C. JEFE DEL DEPARTAMENTO DEL CENTRO PRINCIPAL

PROF. CARLOS HENRY GONZALEZ

EL C. SECRETARIO DE OBRA Y BENCOS

LIC. CLEMENTE R. MARTINEZ MUÑOZ


EL C. DIRECTOR DE PLANEACION


ING. JAVIER A. VILLENA

EL C. DIRECTOR DE INVESTIGACIONES

DR. JAVIER VILLENA

VERSION 1982

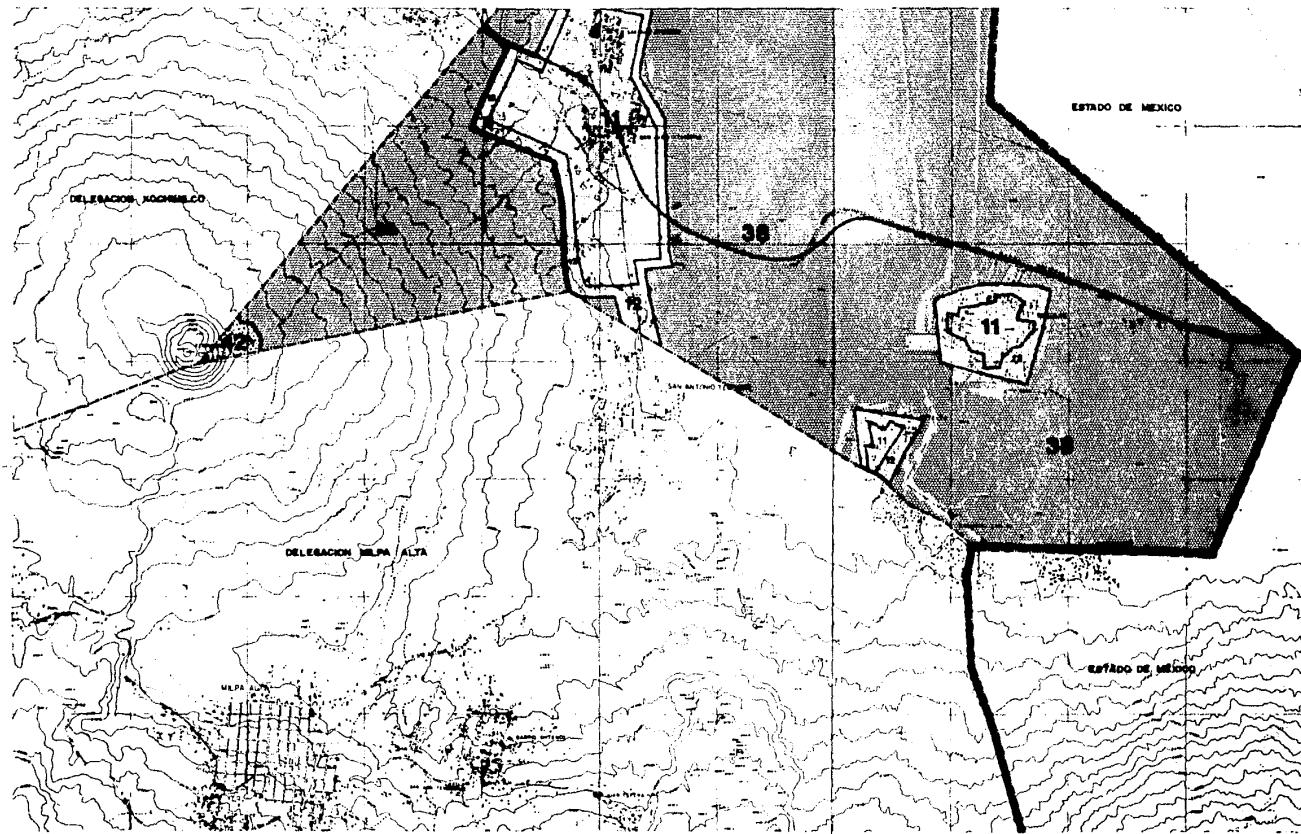

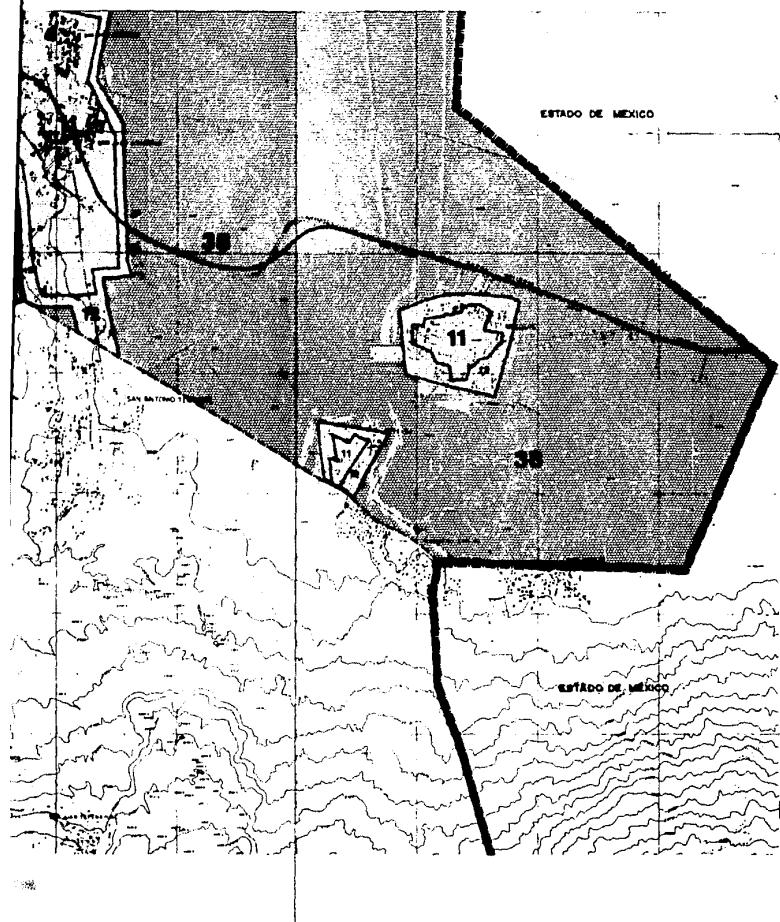

DISTRITO FEDERAL

plan parcial de desarrollo urbano

DELEGACION TLALHUAC

SIMBOLOGIA


| | |
|---------------------------|-------------------------|
| LÍMITE DISTRITO FEDERAL | LÍMITE DE ZONAS |
| LÍMITE DELEGACIONAL | CENTRO URBANO |
| LÍMITE Z. AMORTIGUAMIENTO | SUBCENTRO URBANO |
| LÍMITE CORREDOR URBANO | VALDAD PRIMARIA |
| | |
| HABITACIONAL | AGRICOLA Y PECUARIO |
| SERVICIOS | FORESTAL |
| INDUSTRIA | ACUERDO CUERPOS DE AGUA |
| MIXTO | |
| ESPACIOS ABIERTOS | |
| INFRAESTRUCTURA | |


TITULO
USOS, DESTINOS Y RESERVAS E-1,



EL EJERCITO DEL DISTRITO FEDERAL
PROF. CARLOS HAVILA GONZALEZ
EL E. JENNERIO DE ORTIZ I. DIRECTOR
LIE. ENSEÑANTE SISTEMA OFICIO
EL C. DIRECTOR DE INVESTIGACIONES
AN. JAVIER GARCIA ALVAREZ

VERSION 1982

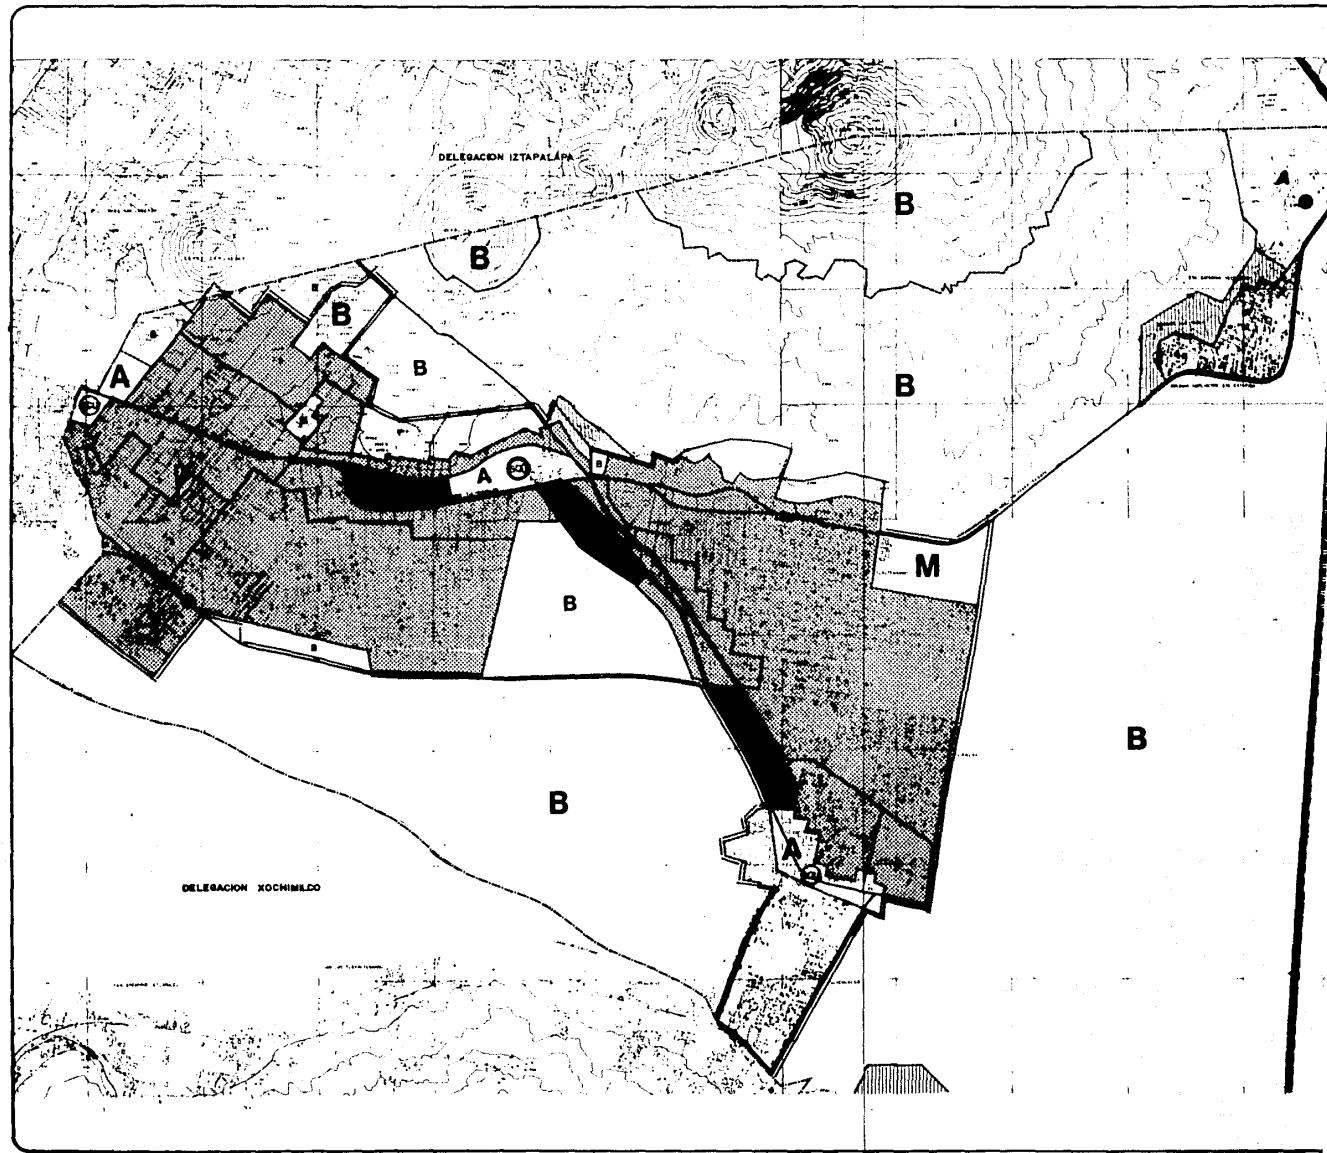

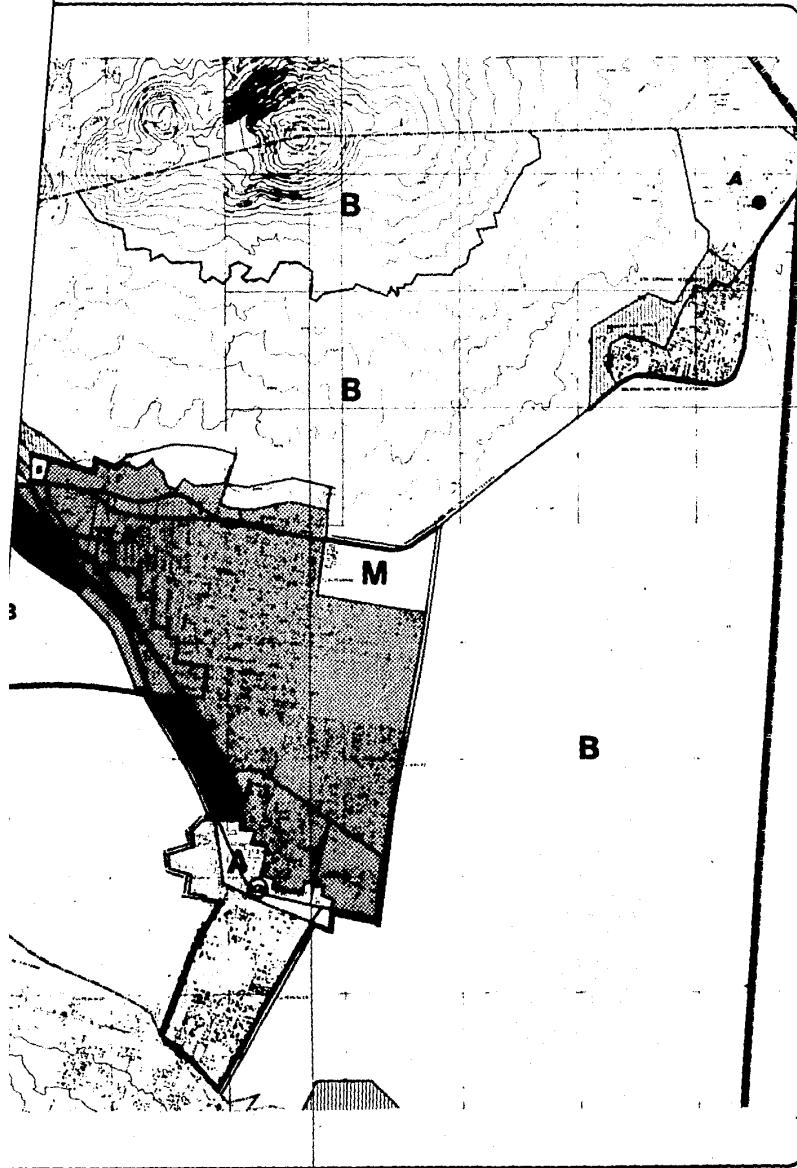



DISTRITO FEDERAL


plan parcial de desarrollo urbano

DELEGACION

TLAHUAC

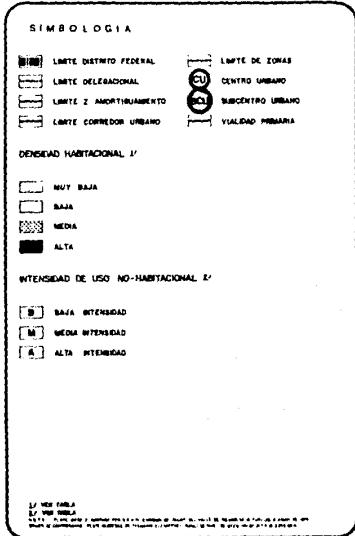

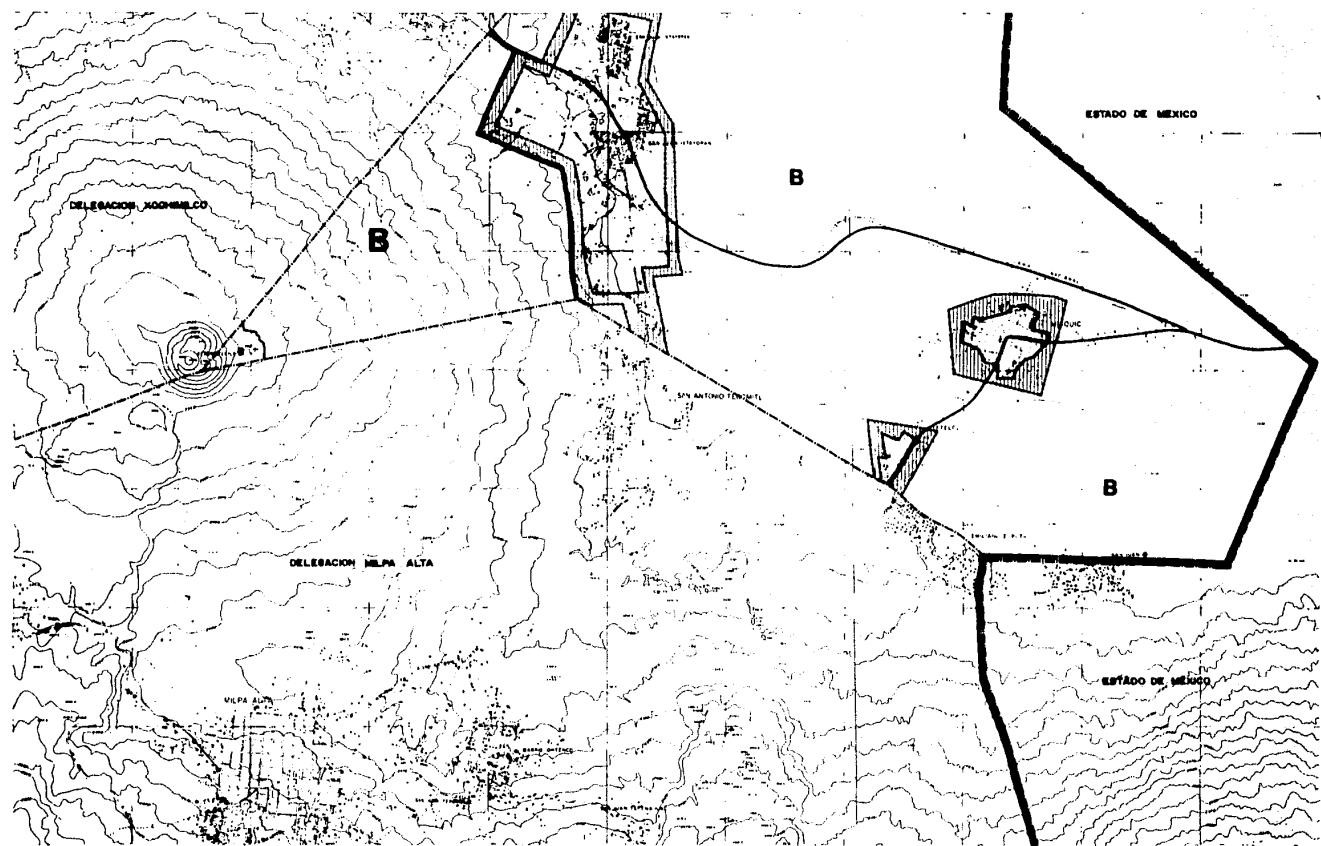

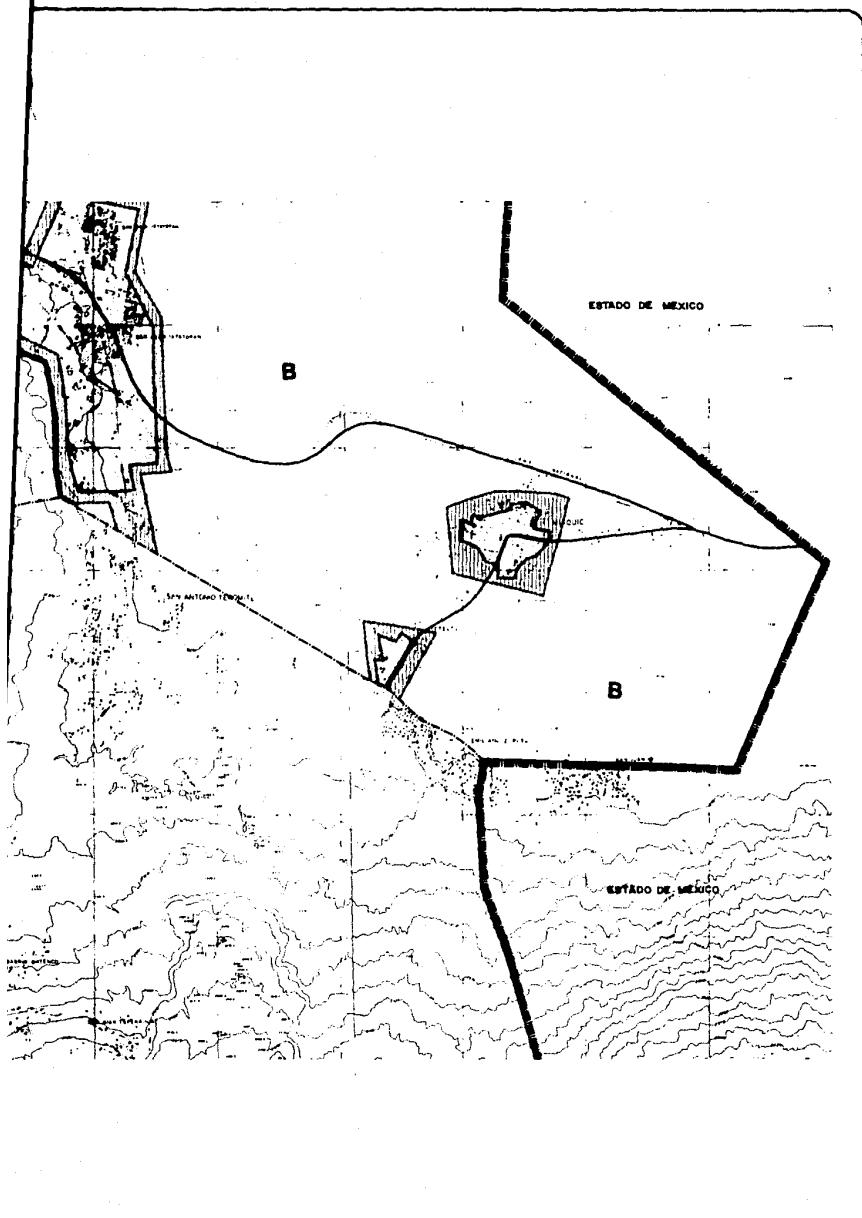

DISTRITO FEDERAL

plan parcial de desarrollo urbano

DELEGACION TLAHUAC

SIMBOLOGIA

- LÍMITE DISTRITO FEDERAL
- LÍMITE DELEGACIONAL
- LÍMITE Z. AMORTIGUAMIENTO
- LÍMITE CORREDOR URBANO
- LÍMITE DE ZONAS
CENTRO URBANO
- SUBCENTRO URBANO
- VIALIDAD PRIMARIA

DENSIDAD HABITACIONAL /

- MUY BAJA
- BAJA
- MEDIA
- ALTA


INTENSIDAD DE USO NO-HABITACIONAL /


- BAJA INTENSIDAD
- MEDIA INTENSIDAD
- ALTA INTENSIDAD

VER TABLA
VER TABLA

TÍTULO INTENSIDAD DE USO E-2.

| | | |
|--|--|--|
| EL C. AYF DEL DISTRITO FEDERAL | | |
| PROF. CARLOS HANKE GONZALEZ | | |
| S/ C. VILMATERO DE OBRA Y SERVICIOS | | |
| LIC. ENGENIERO. ESTEBAN JUAREZ | | |
| D/ E. DIRECCION. DE PLANEACION Y DESARROLLO URBANO | | |
| C/ P. 1982. EDICIONES 1. 1982 | | |
| VERSIÓN 1982 | | |

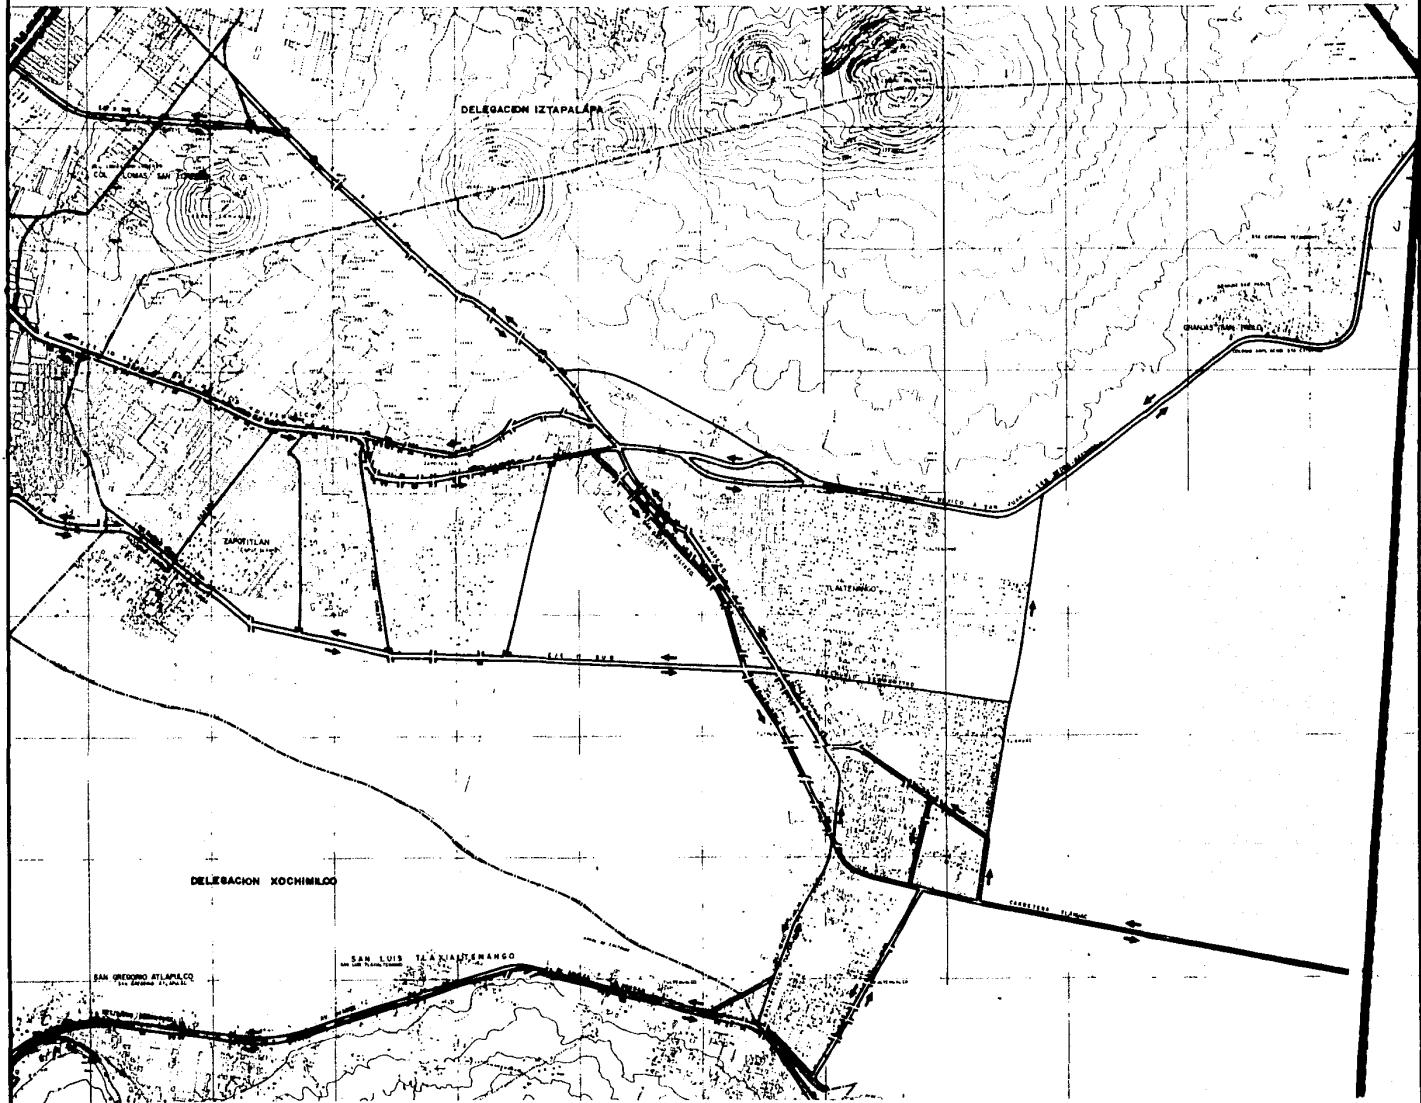


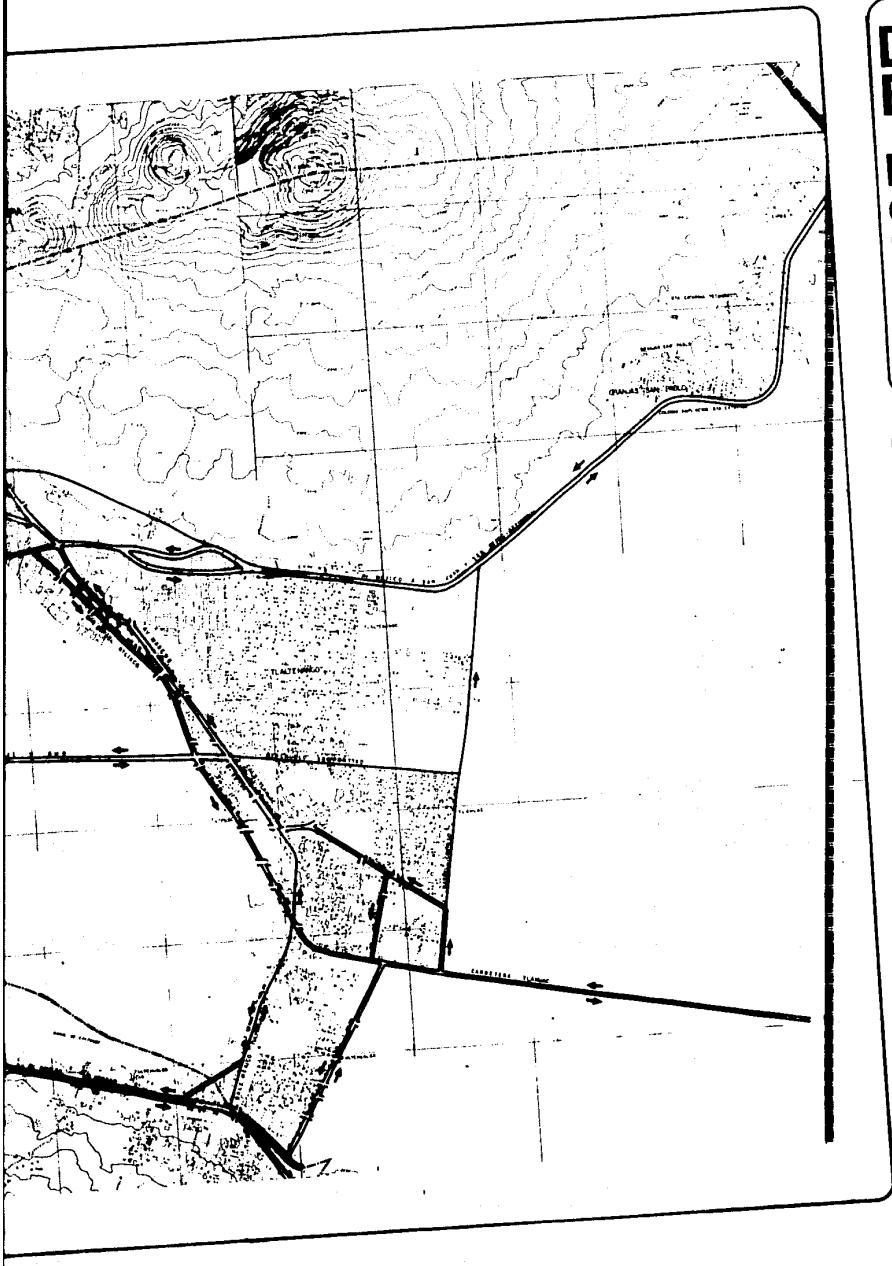

**DISTRITO
FEDERAL**
**plan parcial de
desarrollo
urbano**
DELEGACION
TLAHUAC

SIMBOLOGIA


- VIAS DE ACCESO CONTROLADO
- VIAS PRINCIPALES Y EJES VIALES
- VIAS SECUNDARIAS
- LIMITE DELIMITACIONAL
- LINEA FUTURA DEL METRO
- LINEA ACTUAL DEL METRO
- ESTACION METRO

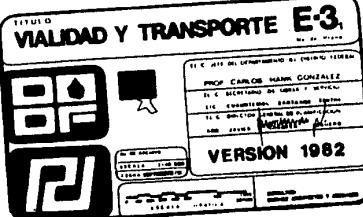


DF
ESTADO DE MÉXICO



ESTADO DE MÉXICO

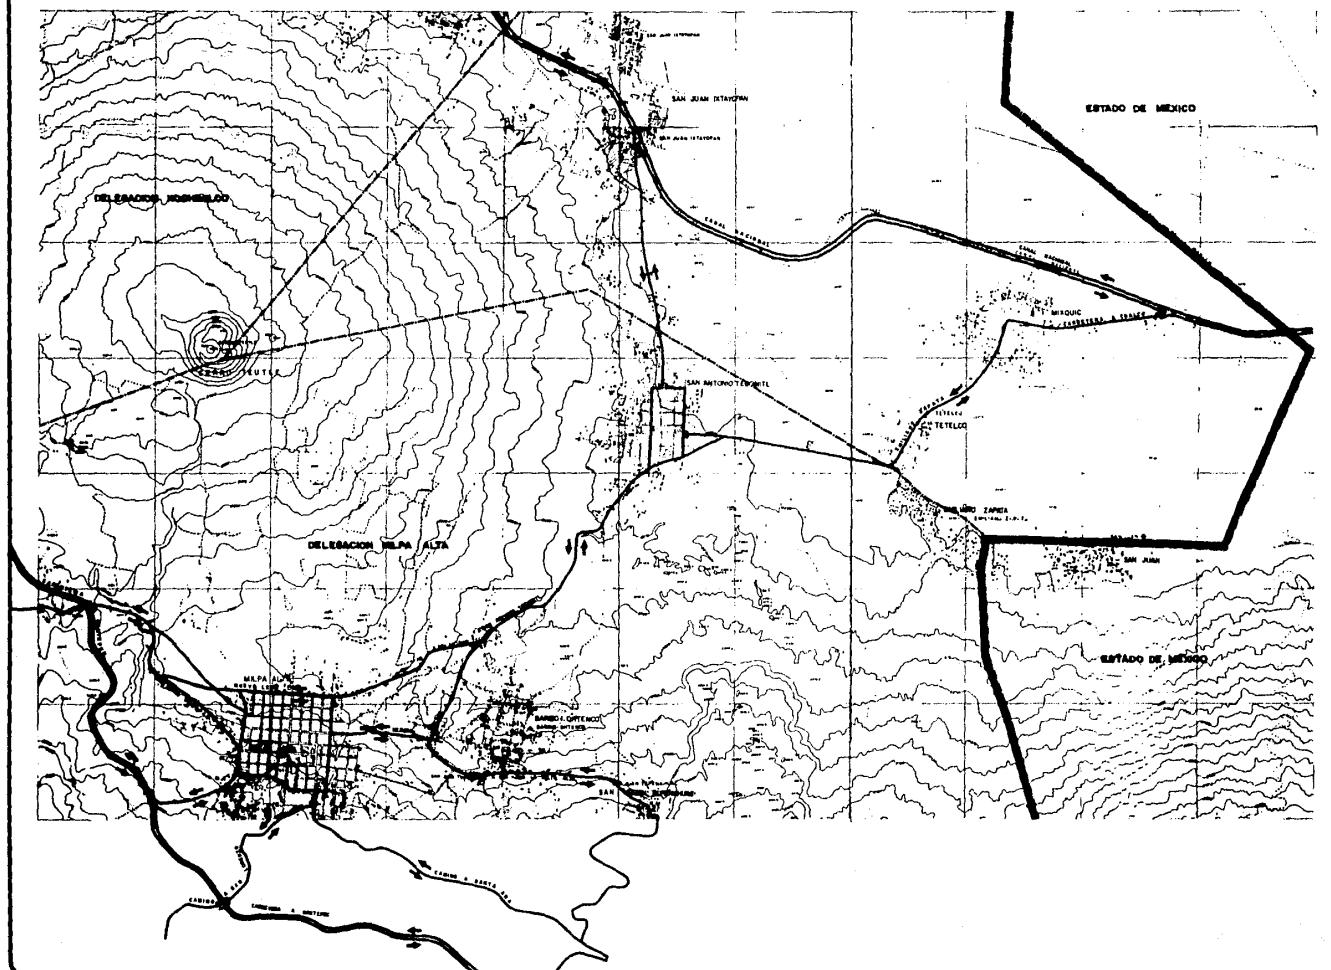

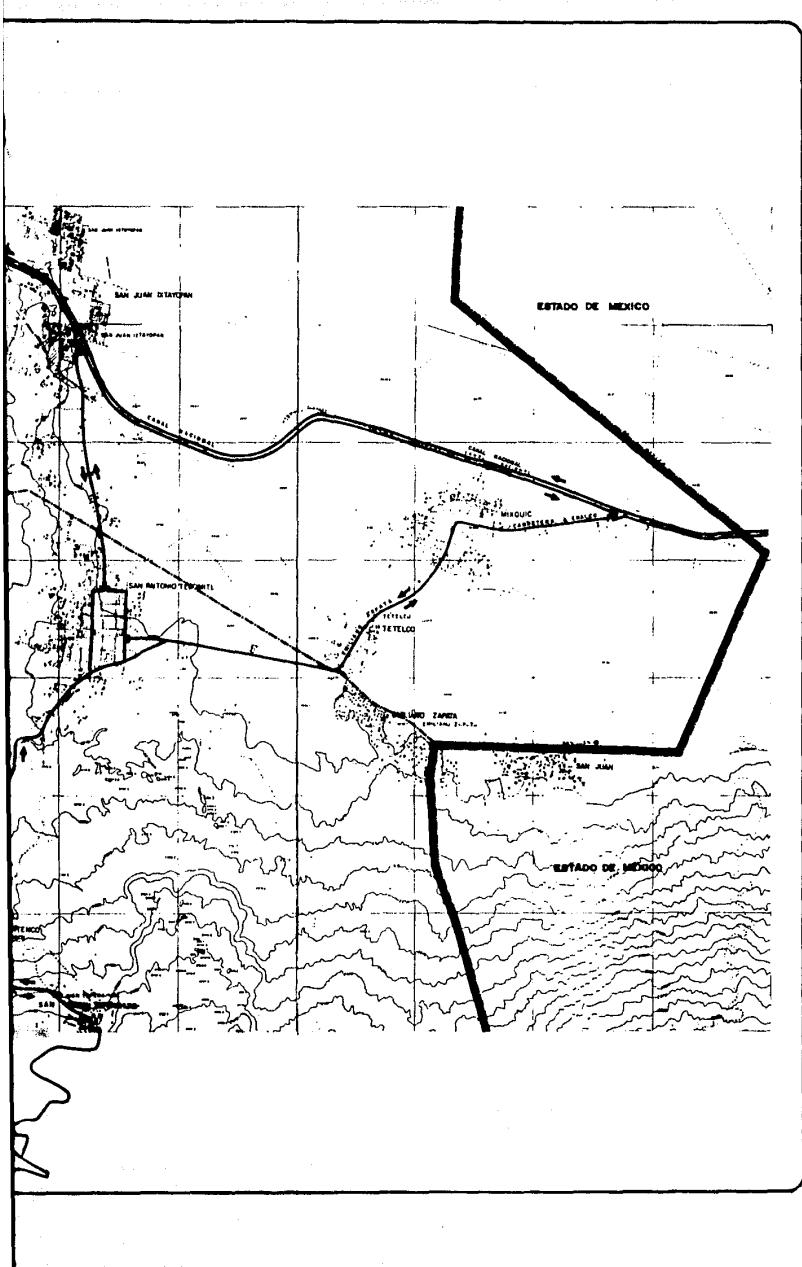

DISTRITO FEDERAL


plan parcial de desarrollo urbano


DELEGACION TLAHUAC


SIMBOLOGIA

- VIAS DE ACCESO CONTROLADO
- VIAS PRINCIPALES Y EJES VIALES
- VIAS SECUNDARIAS
- LIMITE DELEGACIONAL
- LINEA FUTURA DEL METRO
- LINEA ACTUAL DEL METRO
- ESTACION METRO

1977 - DIRECCION GENERAL PARA EL DESARROLLO DE LAS Zonas de la Ciudad de México y del Estado de México. Oficina de Planeación y Desarrollo Urbano. Dirección de Transportes y Vialidad.

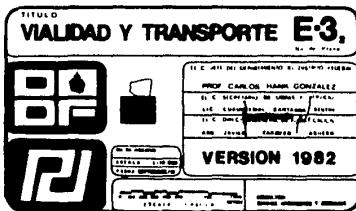

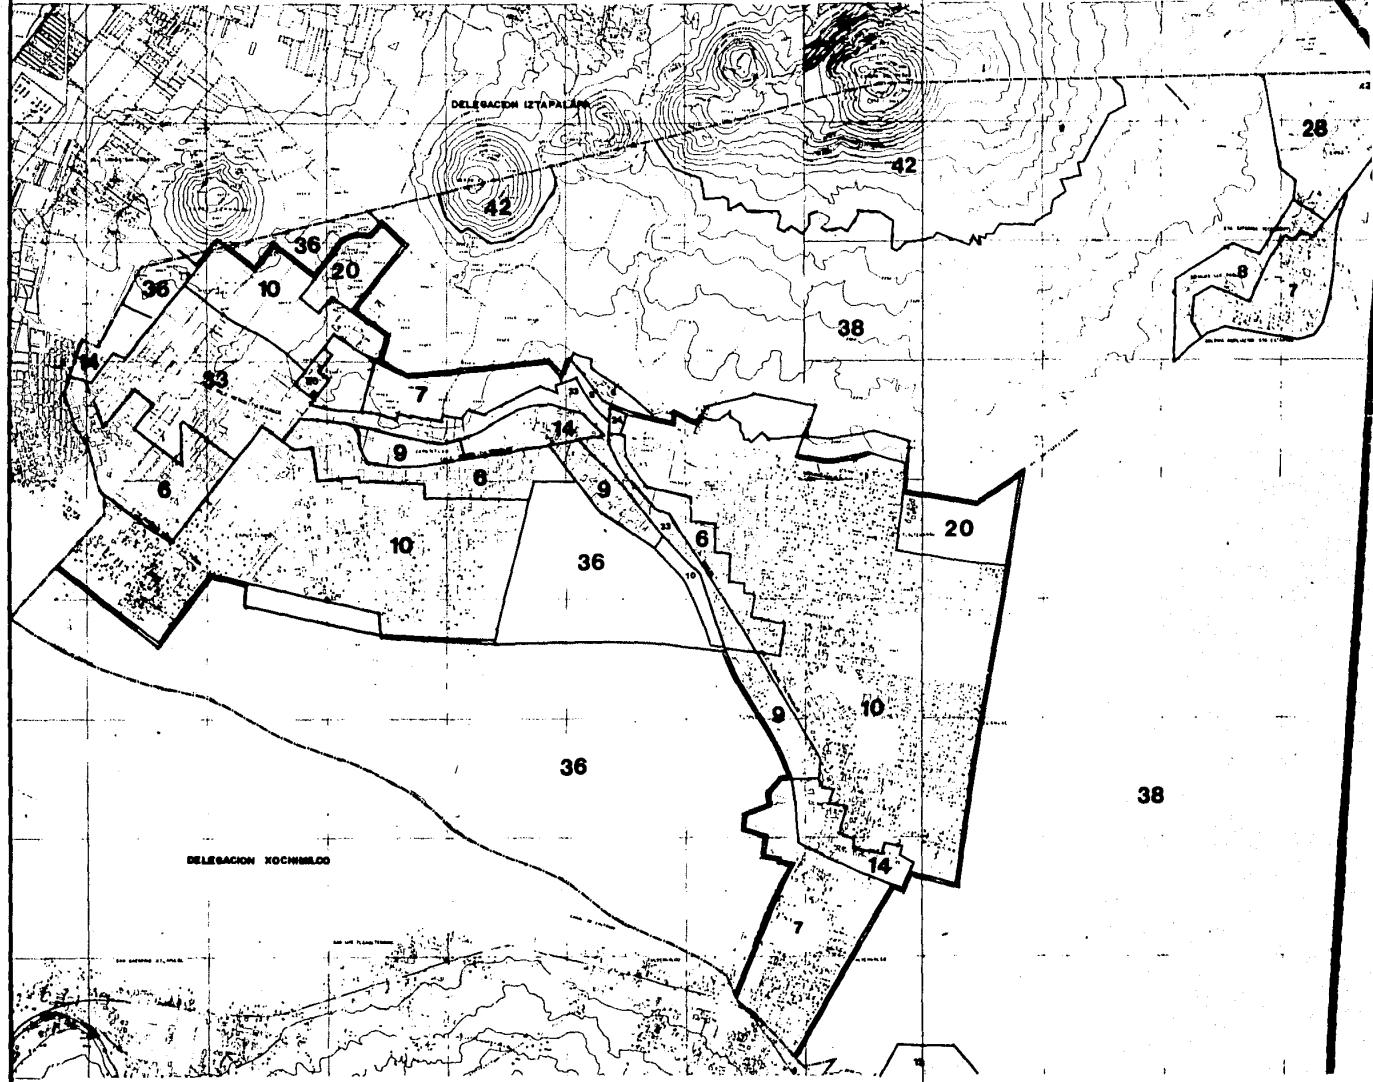

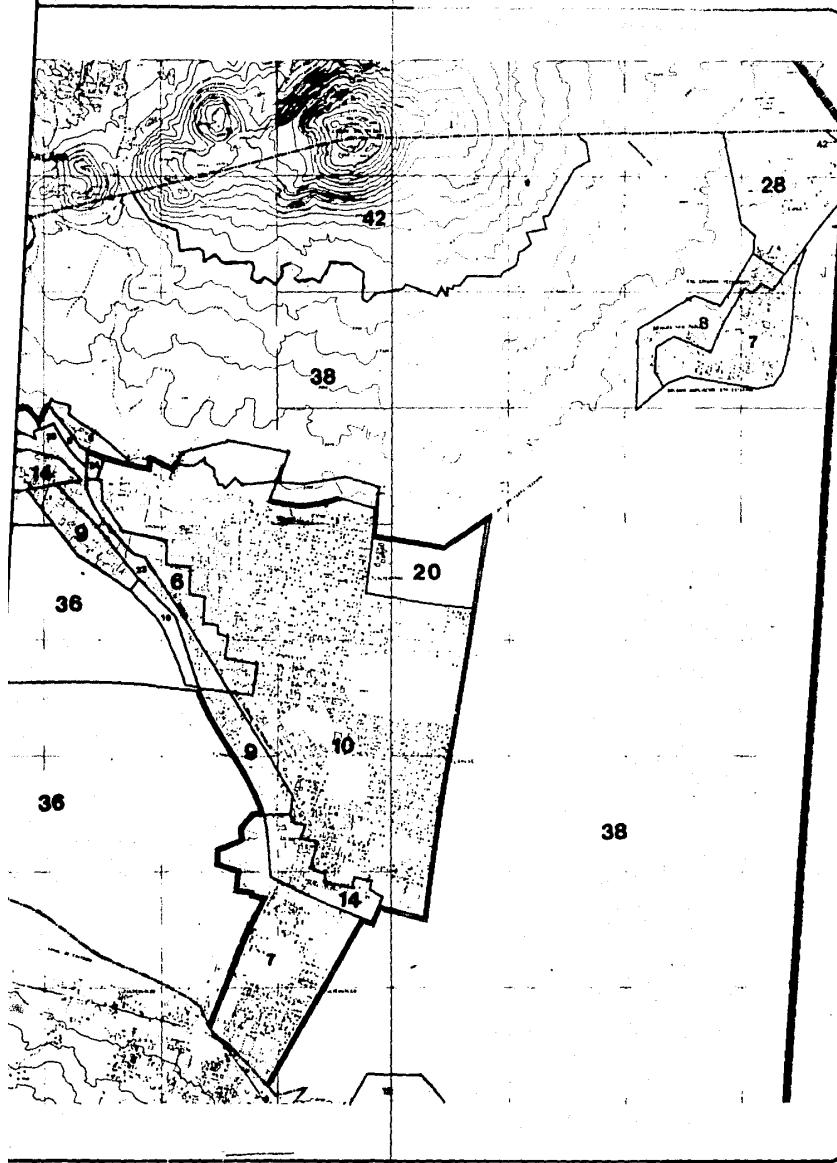



**DISTRITO
FEDERAL**
**plan parcial de
desarrollo
urbano**
DELEGACION
T L A H U A C

SIMBOLOGIA

- [Solid black square] Límite Distrito Federal
- [White square with black border] Límite Delegacional
- [White square with black border] Límite Zona Amortiguamiento
- [White square with black border] Polígono de Zonas Incidenciales
- [Number 1] Densidad Alta Vivienda
- [Number 2] Densidad Baja Vivienda
- [Number 3] Densidad Alta Vivienda
- [Number 4] Vivienda Media Vivienda
- [Number 5] Barrio Centro Urbano
- [Number 6] Servicio Educativo
- [Number 7] Servicios Municipales
- [Number 8] Planta Vieja Larga Alta Intensidad
- [Number 9] Instalación Residencial Escolar
- [Number 10] Paseo Madero
- [Number 11] Avenida
- [Number 12] Avenida con Vivienda
- [Number 13] Forestal

| | | | |
|--|--|----------------------------------|------------|
| TÍTULO | | POLIGONO DE DECLARATORIAS | E-4 |
| D.F. DISTRITO FEDERAL DEL ESTADO DE MÉXICO | | | |
| PROF. CARLOS HANS GONZALEZ | | | |
| D. C. DIRECTOR DE DIFESA Y SEGURO | | | |
| LIC. ENGENIERO CIVIL JUAN JOSÉ | | | |
| LIC. EN INGENIERIA CIVIL JUAN JOSÉ | | | |
| LIC. EN INGENIERIA CIVIL JUAN JOSÉ | | | |
| VERSION 1982 | | | |

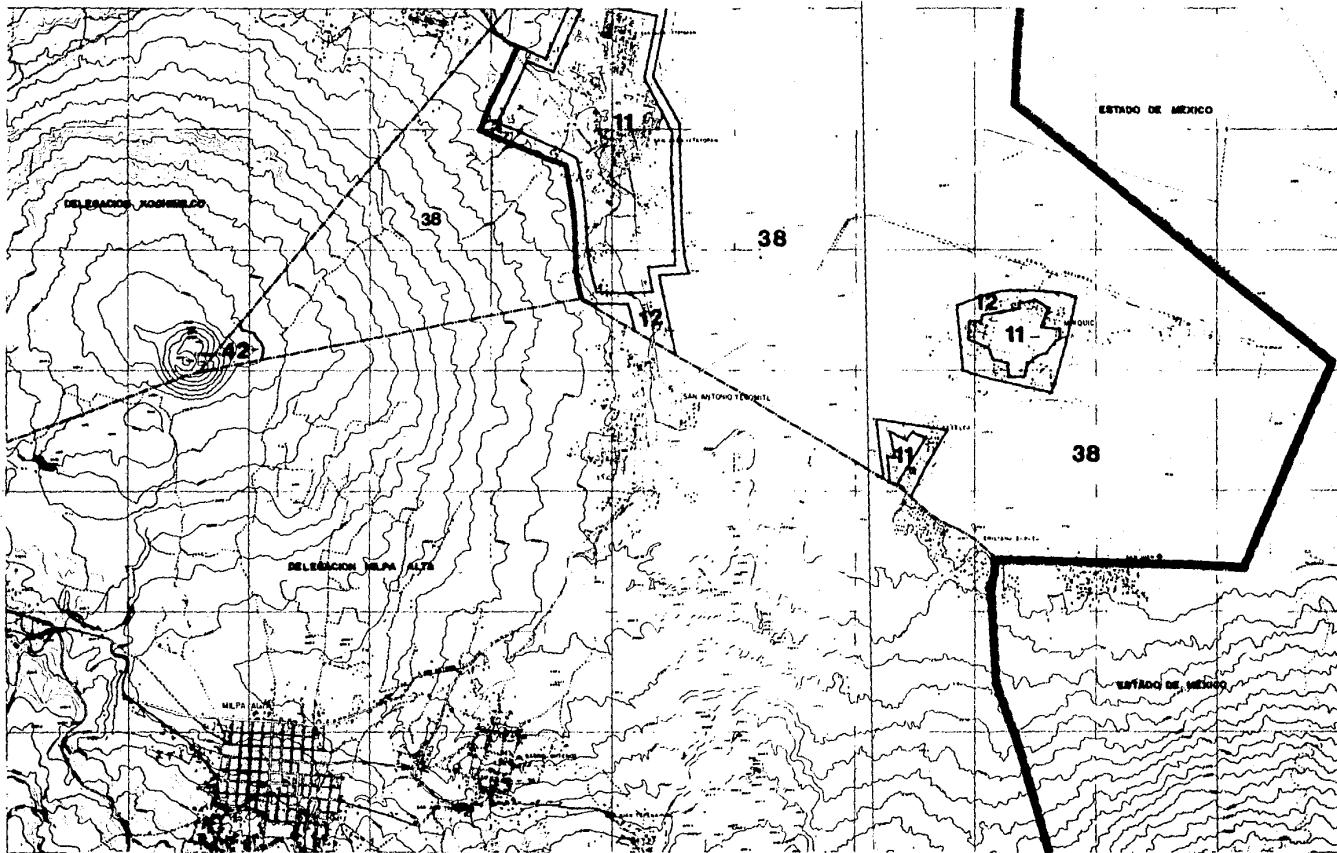

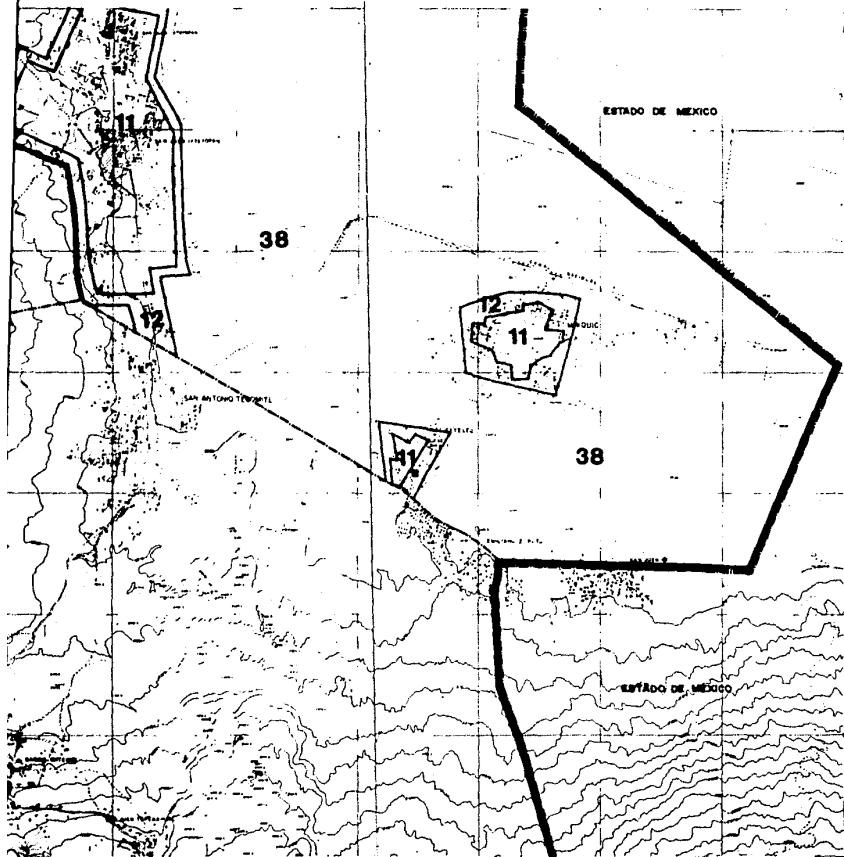

DISTRITO FEDERAL

plan parcial de desarrollo urbano


DELEGACION


TLAHUAC

SIMBOLOGIA

- [Solid black square] LÍMITE DISTRITO FEDERAL
- [White square with black border] LÍMITE DELEGACIONAL
- [White square with black border] LÍMITE ZONA AMBIENTALMENTE SENSIBLE
- [White square with black border] POLIGONO DE ZONAS AMBIENTALES
- [Number 11 inside a white square] 11: BOSQUE BAJA YERBADA
- [Number 12 inside a white square] 12: BOSQUE MEDIO BAJA YERBADA
- [Number 38 inside a white square] 38: AREOLA
- [Number 41 inside a white square] 41: AREOLA CON YERBADA
- [Number 42 inside a white square] 42: FORESTAL

| | | |
|---|--|------|
| TITULO POLIGONO DE DECLARATORIAS | | E-4. |
| <small>1.1. S. 400 del Departamento del Distrito Federal PRO. CARLOS HANZ GONZALEZ D. G. DE DESARROLLO URBANO DIV. ESTADISTICA, ESTADISTICA 2.1. DIRECTOR: Lic. ENGR. ALFREDO VILLENA 3.1. FECHA: 1982 4.1. VERSION: 1982</small> | | |
| | | |
| | | |
| | | |
| | | |

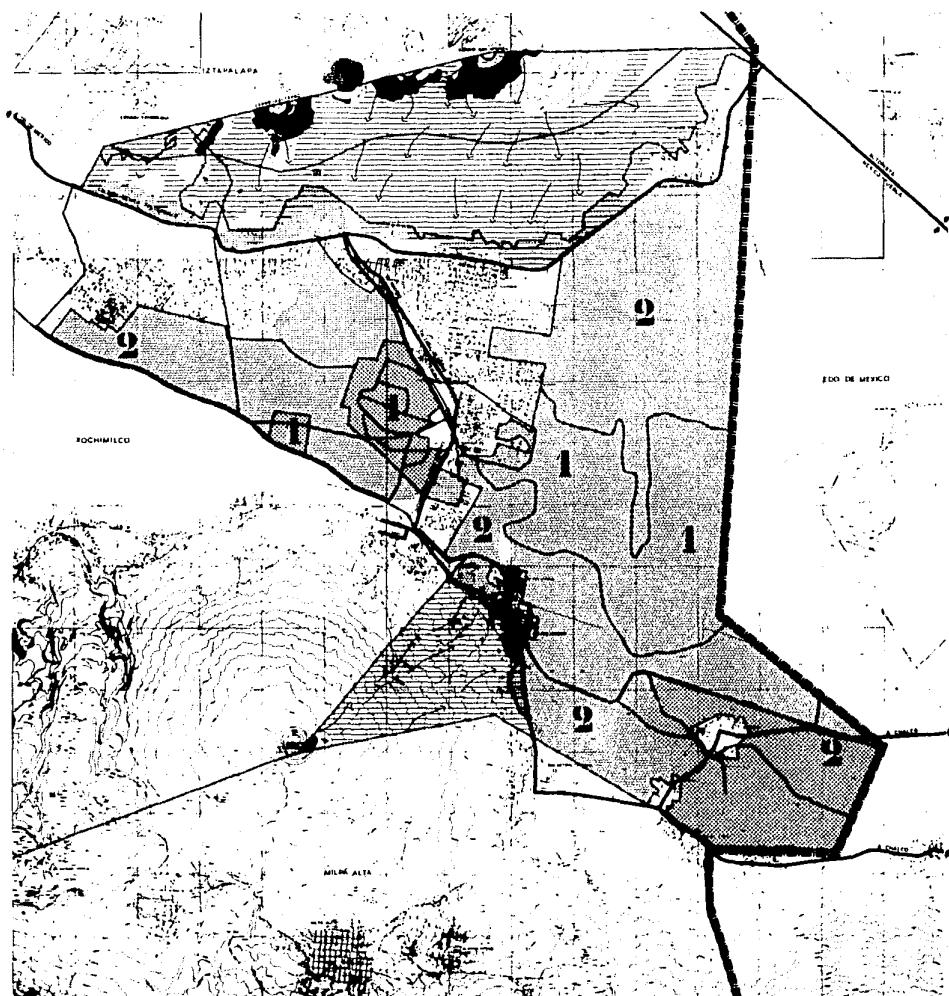

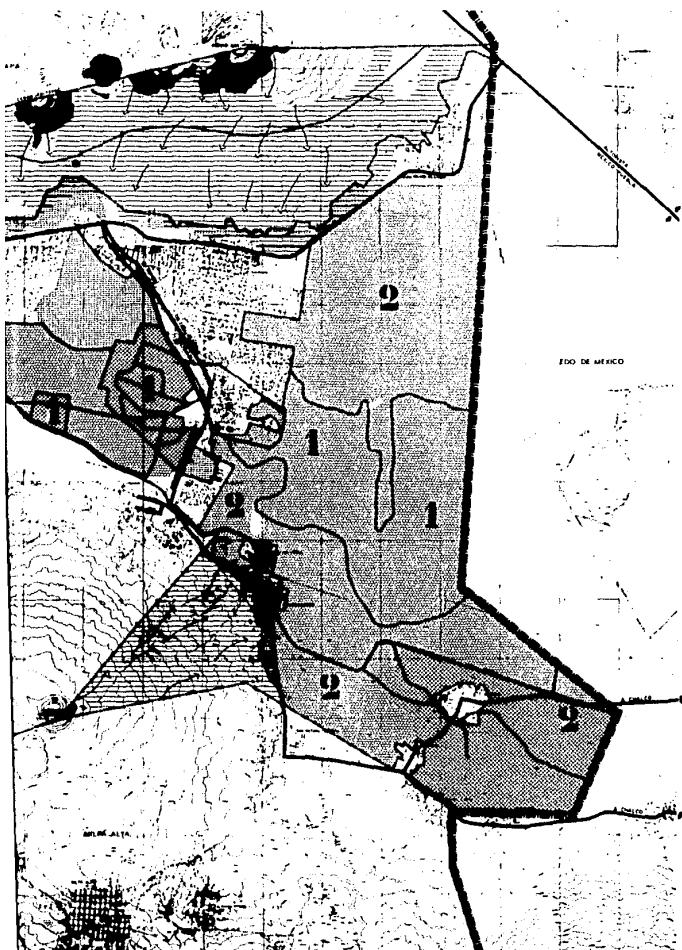


**DISTRITO
FEDERAL**
**plan parcial de
desarrollo
urbano**
**DELEGACION
TLAHUAC**


SIMBOLOGIA


- VIALIDAD PRIMARIA
- UNITE DELEGACIONAL
- UNITE DISTRITO FEDERAL
- ZONA DE RECARGA DE MANTOS ACUATICOS
- PENDIENTE TOPOGRAFICA DE MAS DEL 25 %
- PENDIENTE TOPOGRAFICA DEL 10 AL 25 %
- PENDIENTE TOPOGRAFICA DEL 5 AL 10 %
- ZONA AGRICOLA DE REGO
- ZONA DE CHAMPERA
- ZONA AGRICOLA DE TEMPORAL
- AREAS BUNDULARES
- ZONAS DE SUELLO CON APURTTO AGRICOLA CLASE I
- ZONAS DE SUELLO CON APURTTO AGRICOLA CLASE II
- ESCURRIMIENTOS SUPERFICIALES
- CANALES
- FUENTES NATURALES DE POLVO
- ZONA DE MINAS
- TIRADERO DE BASURA

TITULO
MEDIO FISICO NATURAL

(1)

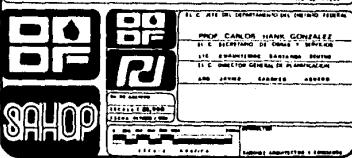

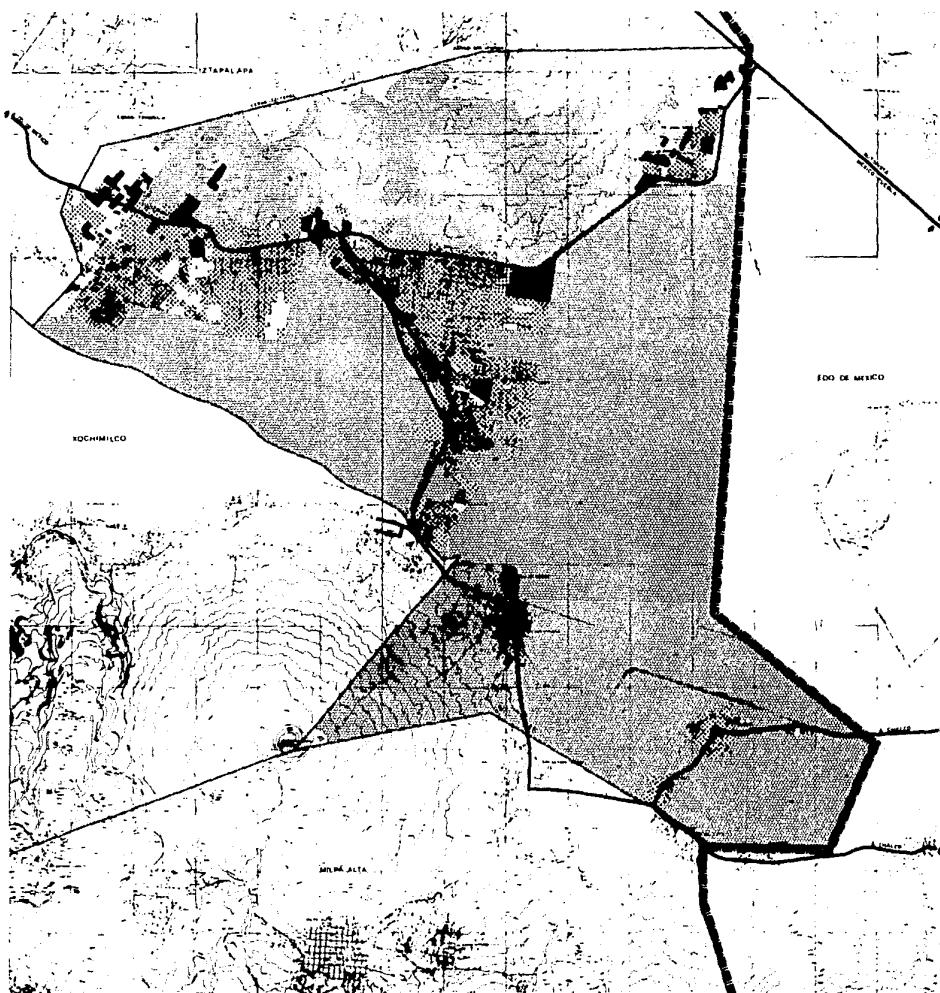

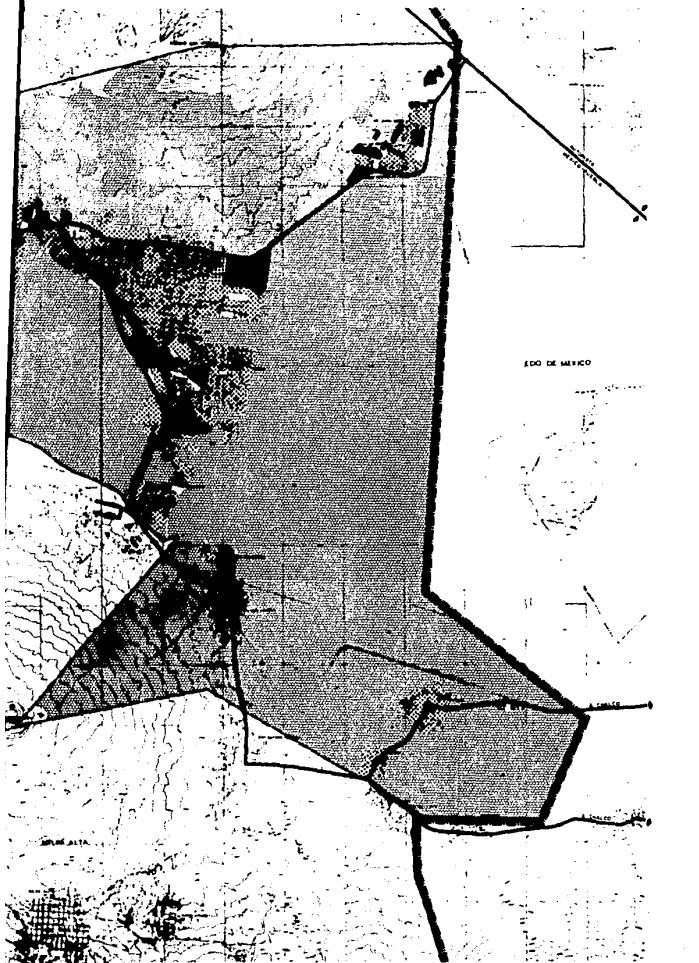

DISTRITO FEDERAL

plan parcial de desarrollo urbano


DELEGACION TLAHUAC


SIMBOLOGIA

- VIALIDAD PRIMARIA
- LÍMITE DELEGACIONAL
- LÍMITE DISTRITO FEDERAL
- VIVIENDA
- EQUIPAMIENTO
- EQUIPAMIENTO ESPECIAL
- INDUSTRIA
- COMERCIO
- BALDOS
- AGRICOLAS
- ZONA EN PENDIENTE
- ESPACIOS ABIERTOS

TITULO
MEDIO FISICO ARTIFICIAL I-2

EL C. ATLE DEL GOBIERNO DEL DISTRITO FEDERAL
PROF. CARLOS HANNA GONZALEZ
EL C. SECRETARIO DE OBRAS Y BENCOS
LIC. ENGENIERO SALVADOR SOTO
DIRECCION GENERAL DE PROYECTOS
DIRECCION DE PROYECTOS
SANTO DOMINGO 100
C.P. 10000
MEXICO, D.F.
TEL. 555-12345678
FAX 555-12345678
SAHOP

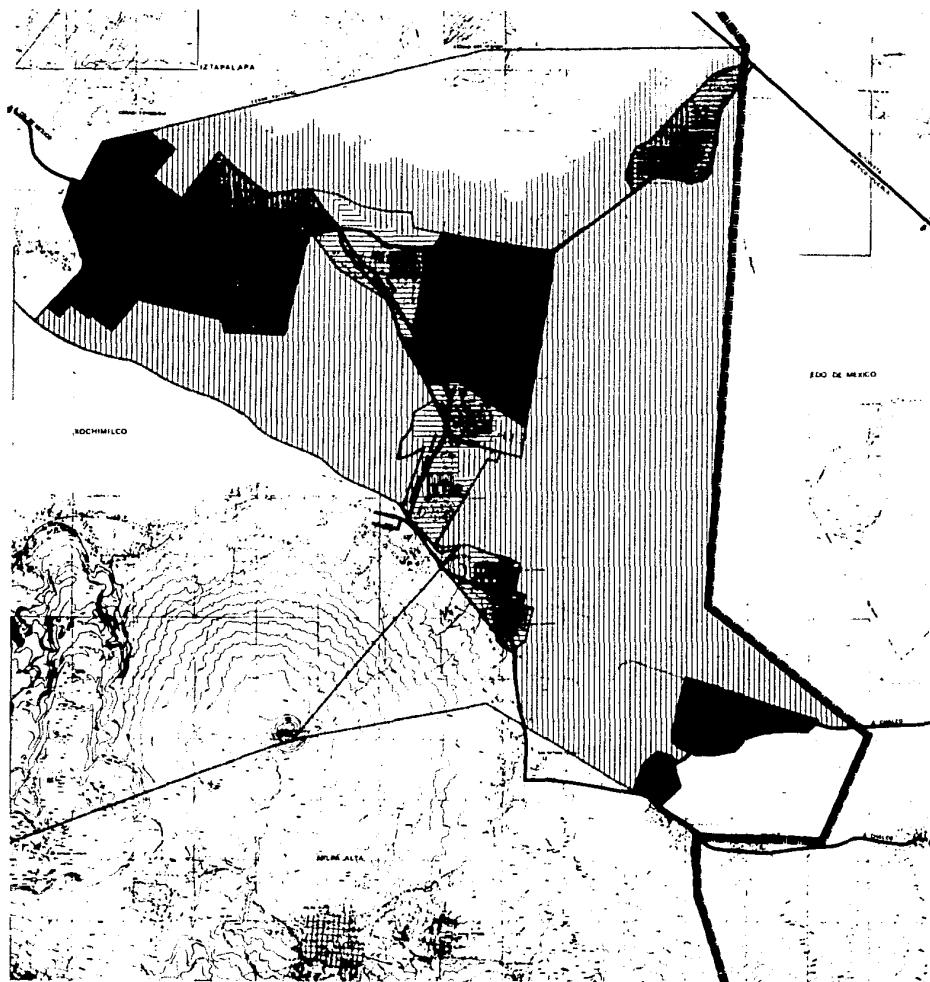

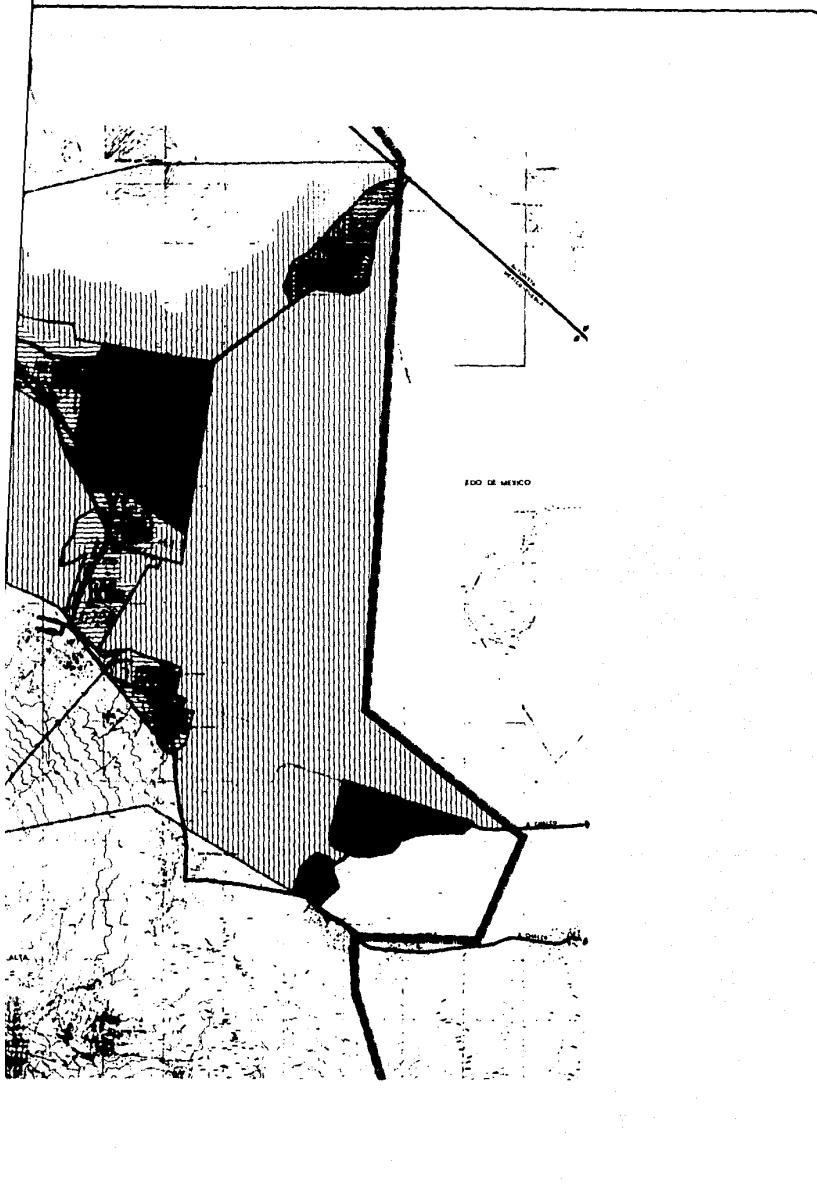

DISTRITO FEDERAL

plan parcial de desarrollo urbano

DELEGACION TLAHUAC

SIMBOLOGIA

- VIALIDAD PRIMARIA
 - - - LÍMITE DELEGACIONAL
 - ■ ■ LÍMITE DISTRITO FEDERAL
 - ■ ■ LÍMITE DE ZONA
 - ■ ■ HASTA LO SALARIO MÍNIMO
 - ■ ■ DE 10 A 1.0 SALARIO MÍNIMO
 - ■ ■ DE 2.0 A 4.0 SALARIO MÍNIMO
 - ■ ■ SUELOS CONOMALES
 - ■ ■ SUELOS EDIMBLES
 - ■ ■ VALOR CATASTRAL DEL SUELTO
EN PESOS ME 1'
 - ■ ■ VALOR COMERCIAL DEL SUELTO
ME 1'
 - ■ ■ ÍNDICE DE HACIMIENTO SIN
INCLUIR COCHAS Y BAÑO
- 1:10,000

1/ FUENTE PLANOS CATASTRAL 1970
2/ INSTITUTO NACIONAL DE ANILLO

| TÍTULO | MÉDIO SOCIOECONÓMICO | I - 3 |
|--|----------------------|-------|
| S. C. ATEN. DE DESARROLLO DEL DISTRITO FEDERAL | | |
| PROF. CARLOS HANNI GONZALEZ | | |
| DR. MONTAÑA DE OROZA Y BRIZUELA | | |
| LIC. JUAN RODRIGUEZ SÁNCHEZ, SECRETARIO | | |
| D.F. DIRECTOR GENERAL DE DESARROLLO | | |
| CAB. JUAN JOSÉ SÁNCHEZ, DIRECTOR | | |
| SAHOP | | |
| ESTADÍSTICA Y PROYECTOS | | |
| ESTADÍSTICA Y PROYECTOS | | |

TABLA DE USOS

U S O S

PERMITIDO

O COMERCIALIZADO

O PROHIBIDO

| HABITACION | UNIFAMILIAR PLURIFAMILIAR | USO AUTORIZADO | | | | | | | | | | | |
|---|------------------------------|----------------|--------------------------------------|---|--|---|--|--------------------------------------|--|---|--|---|---|
| | | 1. VIVIENDA | 2. VIVIENDAS DE 3 A 250 VIVIENDAS | 3. VIVIENDAS DE MAS DE 250 VIVIENDAS | 4. OFICINAS DE SERVICIOS HASTA 1.000 m ² | 5. OFICINAS DE SERVICIOS DE 1.000 A 10.000 m ² | 6. OFICINAS DE SERVICIOS DE MAS DE 10.000 m ² | 7. OFICINAS EXTRANJERAS Y CONSULARES | 8. OFICINAS PRIVADAS HASTA 50 m ² | 9. OFICINAS PRIVADAS DE 50 A 1.000 m ² | 10. OFICINAS PRIVADAS DE 1.000 A 10.000 m ² | 11. OFICINAS PRIVADAS DE MAS DE 10.000 m ² | 12. ESTABILIDADES, BANCOS Y ESTABILIZACIONES TECNICAS |
| ADMINISTRACION PUBLICA | | | | | | | | | | | | | |
| ADMINISTRACION PRIVADA | | | | | | | | | | | | | |
| ALMACENAMIENTO Y ABASTO | | | | | | | | | | | | | |
| TIENDAS DE PRODUCTOS BASICOS | | | | | | | | | | | | | |
| TIENDAS DE AUTOSERVICIO | | | | | | | | | | | | | |
| TIENDAS DE DEPARTAMENTOS | | | | | | | | | | | | | |
| TIENDAS DE ESPECIALIDADES Y CENTROS COMERCIALES | | | | | | | | | | | | | |
| VENTA DE MATERIALES Y VEHICULOS | | | | | | | | | | | | | |
| TIENDAS DE SERVICIOS | | | | | | | | | | | | | |
| HOSPITALES | | | | | | | | | | | | | |
| CLINICAS Y CENTROS DE SALUD | | | | | | | | | | | | | |
| ASISTENCIA SOCIAL | | | | | | | | | | | | | |
| ASISTENCIA ANIMAL | | | | | | | | | | | | | |
| EDUCACION ELEMENTAL | | | | | | | | | | | | | |
| EDUCACION MEDIA | | | | | | | | | | | | | |
| EDUCACION SUPERIOR | | | | | | | | | | | | | |
| INSTITUCIONES CIENTIFICAS | | | | | | | | | | | | | |
| INSTALACIONES PARA EMISIONES | | | | | | | | | | | | | |
| INSTALACIONES PARA LA INFORMACION | | | | | | | | | | | | | |
| INSTALACIONES RELIGIOSAS | | | | | | | | | | | | | |
| ALIMENTOS Y BEBIDAS | | | | | | | | | | | | | |
| ENTRETENIMIENTO | | | | | | | | | | | | | |
| RECREACION SOCIAL | | | | | | | | | | | | | |
| DEPORTES AL AIRE LIBRE Y ACUATICOS | | | | | | | | | | | | | |
| CLUBES A CUBIERTO | | | | | | | | | | | | | |
| HOTELLES | | | | | | | | | | | | | |

ESTABLECIMIENTOS DE HABITACION DE 100 DORMITORIOS

DISTRITO FEDERAL

plan parcial de desarrollo urbano

DELEGACION TLAHUAC

| | |
|---|---|
| IMPRESOS | IMPRESOS AL. RAY (impresos y publicados) |
| HOJAS DE APROBACIONES | HOJAS DE APROBACIONES AL. RAY (impresos y publicados) |
| COPIAS DE VUELOS, MAPAS, RESEÑAS, CATASTROS, PLANOS DE TIERRA | COPIAS DE VUELOS, MAPAS, RESEÑAS, CATASTROS, PLANOS DE TIERRA |
| CUENTAS DE MATERIALES Y EQUIPOS | CUENTAS DE MATERIALES Y EQUIPOS |
| CUENTAS DE MATERIALES Y EQUIPOS | CUENTAS DE MATERIALES Y EQUIPOS |
| DEPARTAMENTO DE INVESTIGACIÓN (D.I.) | DEPARTAMENTO DE INVESTIGACIÓN (D.I.) |
| POLICIA | POLICIA |
| SOCIEDAD | SOCIEDAD |
| BOMBEROS | BOMBEROS |
| ESTADOUNIDENSES | ESTADOUNIDENSES |
| ESTADOUNIDENSES | ESTADOUNIDENSES |
| MATRIZ DE SEGUIMIENTO Y DESARROLLO DE EMPRESAS | MATRIZ DE SEGUIMIENTO Y DESARROLLO DE EMPRESAS |
| CONTABILIDAD | CONTABILIDAD |
| CONTABILIDAD | CONTABILIDAD |
| INVENTARIOS Y ESTIMACIONES | INVENTARIOS Y ESTIMACIONES |
| ACCIONES DE INVESTIGACIONES | ACCIONES DE INVESTIGACIONES |
| TRANSACTA II | TRANSACTA II |
| TRANSPORTES TERREROS | TRANSPORTES TERREROS |
| TRANSPORTES AEROS | TRANSPORTES AEROS |
| TRANSPORTES AUTOMOTRICES Y FERROCARRILES | TRANSPORTES AUTOMOTRICES Y FERROCARRILES |
| COMUNICACIONES | COMUNICACIONES |
| INDUSTRIA PETROLERA | INDUSTRIA PETROLERA |
| INDUSTRIA SIDERURGICA | INDUSTRIA SIDERURGICA |
| INDUSTRIA QUÍMICA | INDUSTRIA QUÍMICA |
| INDUSTRIA PELICULAS | INDUSTRIA PELICULAS |
| INDUSTRIA ALIMENTICIA | INDUSTRIA ALIMENTICIA |
| ESPAZIOS ABIERTOS | ESPAZIOS ABIERTOS |
| TIERRAS Y ARTERIAS | TIERRAS Y ARTERIAS |
| ZERROS Y ALMACENES | ZERROS Y ALMACENES |
| INFRAESTRUCTURA | INFRAESTRUCTURA |
| CLASIFICACIONES Y ALMACES | CLASIFICACIONES Y ALMACES |
| BALDRICHOS | BALDRICHOS |
| ARMADA NACIONAL | ARMADA NACIONAL |
| AGROPECUARIO | AGROPECUARIO |
| FORESTAL Y AGROFOR | FORESTAL Y AGROFOR |


* LA ZONA SEGUIMENTA SE HA DE CONSTRUIR

LA CONSTRUCCION DE EDIFICIOS

** TABLERO DE INFORMACIONES DE AUTORRES DE TRANSPORTE PESANTE Y DE CARGA.
CADA TRENZADO Y TRENZANT, Y EL MEXICO DE TRANSPORTE COLECTIVO METROPOLITANO, EL MEXICO DE CABLES, SON CONCEDIDOS DE MEXICO EN LOS
LOS TRENES CON DIFERENTE CONEXIONES EN UN TREN. MEXICO AUTOMATICAMENTE CONSIDERADOS.

SIMBOLOGIA



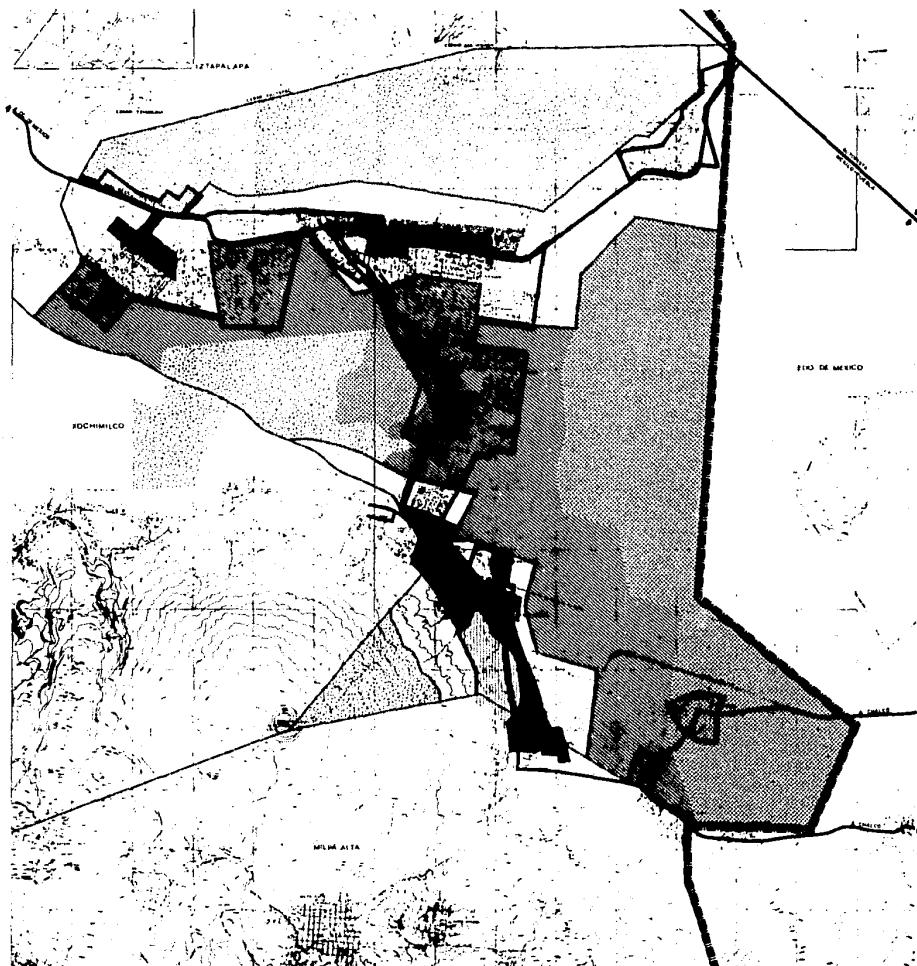



DISTRITO FEDERAL

plan parcial de desarrollo urbano


DELEGACION TLAHUAC


SIMBOLOGIA

| | |
|-------------------------|--------------------------------|
| VALIDAD PRIMARIA | LIMITE ZONA DE AMORTIGUAMIENTO |
| LIMITE DELEGACIONAL | LIMITE MANCHA URBANA ACTUAL |
| LIMITE DISTRITO FEDERAL | |

| | |
|---|--|
| VIVIENDA DEMANDA BAJA Y MEDIA | |
| VIVIENDA DEMANDA ALTA | |
| VIVIENDA CON INDUSTRIA | |
| CORREDOR URBANO | |
| ZONA DE AMORTIGUAMIENTO DISTRITO PUBLICO Y BOSQUES EXTERIORES | |
| ZONA DE AMORTIGUAMIENTO PARQUE METROPOLITANO | |
| ZONA DE AMORTIGUAMIENTO ZONA AGRICOLA Y PECUARIA | |

| | | |
|--|--|-----|
| TITULO | | N-2 |
| LINEAMIENTOS DEL PGDUF | | |
| FICHA DE CERTIFICACION DEL DIRECTOR TECNICO | | |
| PROF. CARLOS MARIA CONTRALIE D.L.C. SECRETARIO DE FONDA Y SERVICIOS | | |
| LIC. EXAMINANTE ESTADISTICA OFICIAL | | |
| LIC. D. DIRECTOR GENERAL DE PLANEACION | | |
| LIC. JAVIER GARNIER AGUILERA | | |
| SALUDP | | |

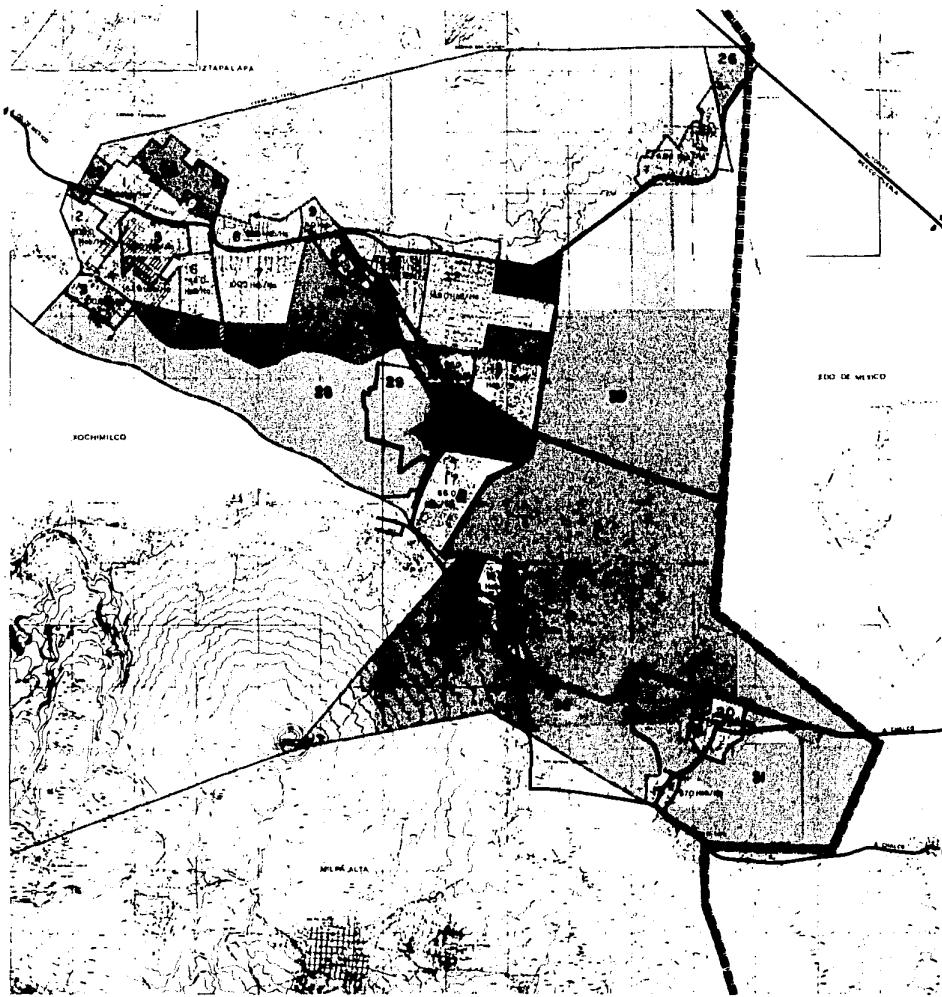

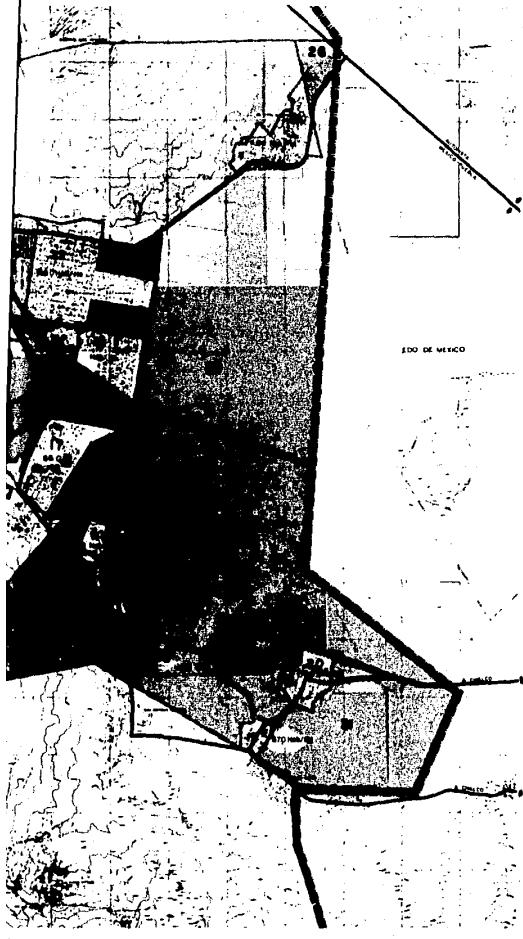

DISTRITO FEDERAL


plan parcial de desarrollo urbano


DELEGACION TLAHUAC

SIMBOLOGIA

- VALIDAD PRIMARIA ■■■■■ VALIDAD PROYECTADA
- UNITE DELEGACIONAL
- LIMITE DISTRITO FEDERAL
- LIMITE DE ZONA HOMOGENEA
- AREAS A CONSEGUIR
- AREAS CURIOSIDAD A HOMEPETAR
- AREAS EN PROCESO DE CAMBIO Y CONSOLIDACION
- AREAS DETERIORADAS
- AREAS APTAS AL DESARROLLO URBANO

| | | |
|--|--|-------|
| TITULO | | N - 3 |
| ZONAS HOMOGENEAS | | |
| EL C. Jefe del Gabinete del Distrito Federal PROF. CARLOS H. GONZALEZ Y. Director de Obras y Servicios LIC. J. M. GONZALEZ El Director General de Planeación Dra. JUANITA ESPINOZA ARENAS | | |
| | | |
| SAHOP | | |

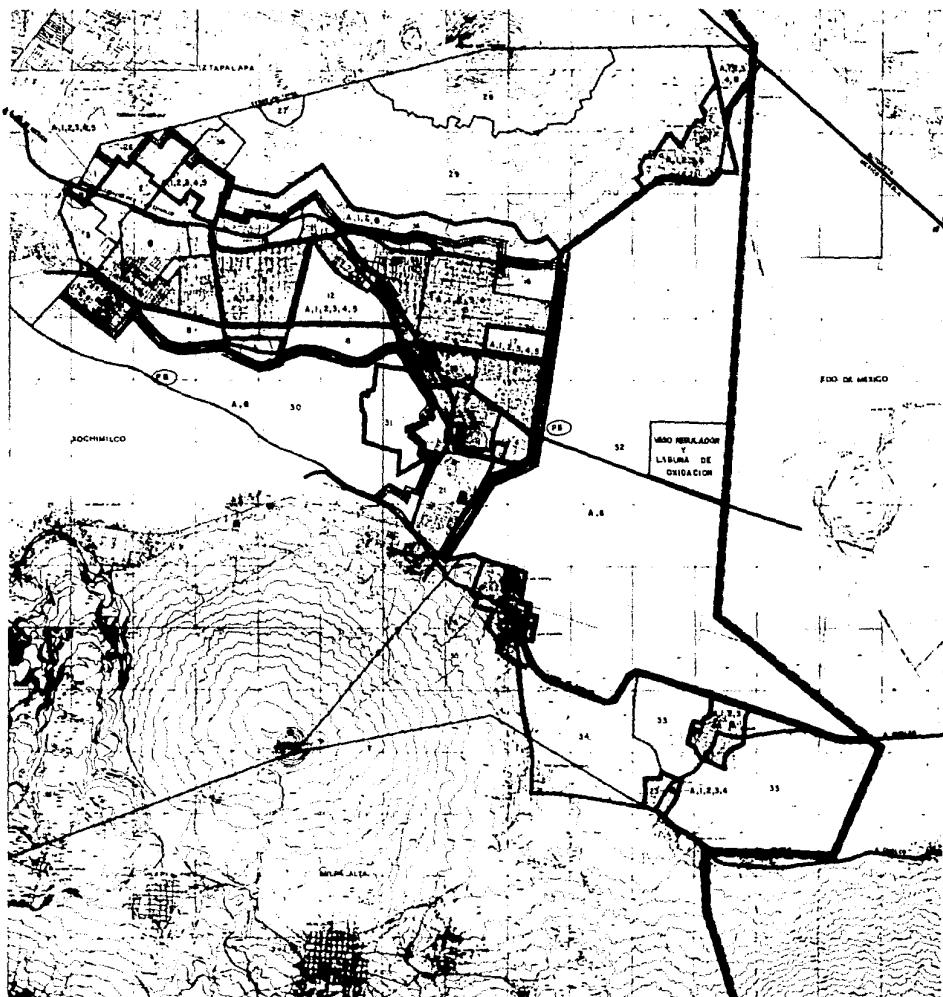

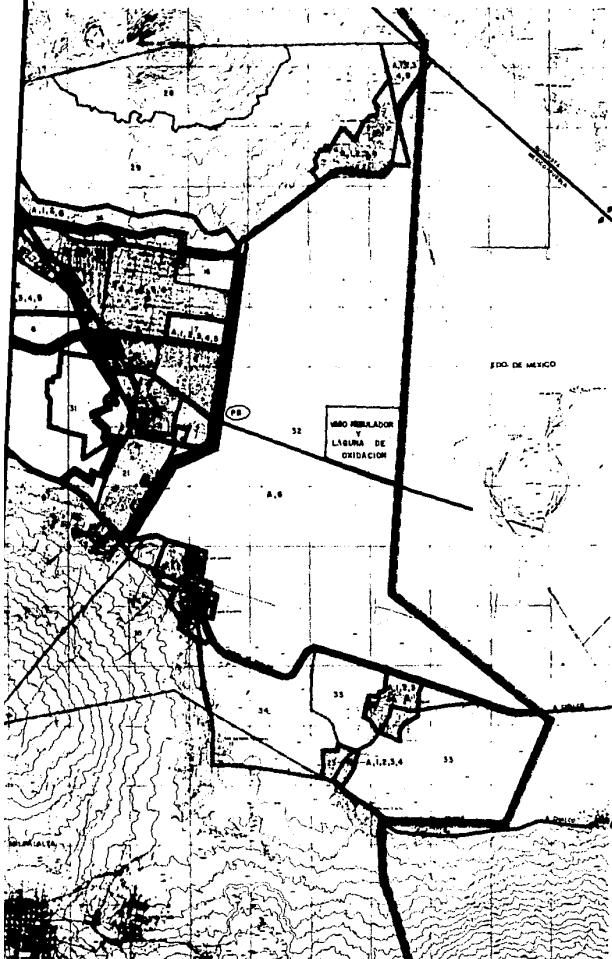

DISTRITO FEDERAL


plan parcial de desarrollo urbano


DELEGACION TLAHUAC

SÍMBOLOGIA

| | |
|-------------------------------|--------------------------------|
| VALIDO PRIMARIO | LÍmite DE ZONA |
| LÍmite DE CENTRO URBANO | LÍmite DELIMITACIONAL |
| VASCETTO URBANO | LÍmite DISTRITO FEDERAL |
| LÍmite CORREDOR URBANO | LÍmite ZONA DE AMORTIGUAMIENTO |
| LÍmite DE PROBLEMAS | |
| | |
| RED DE AGUA POTABLE | PROGRAMAS |
| DRENAGE Y ALCANTARILLADO | M. MEJORAMIENTO |
| PIVIMENTOS Y BANQUETAS | C. CONSERVACION |
| ALUMBRADO PÚBLICO | I.A. INTRODUCCION O AMPLIACION |
| ELECTRIFICACION | |
| SISTEMA DE RIEGO | |
| PLANTA DE BOMBEO ÁREAS NEGRAS | |

| TÍTULO | | E-4 | |
|--|--|--|--|
| INFRAESTRUCTURA | | No. de Página | |
| EL D.F. ATENDE AL DISTRITO FEDERAL DEL ESTADO DE MÉXICO. | | | |
| PROF. CARLOS HENRY GONZALES D.E. SECRETARIO DE Obras y Servicios | | | |
| LIC. EMMERSON SANTANA SANTANA D.E. DIRECTOR GENERAL DE PLANEACIÓN | | | |
| DR. JOSÉ R. SÁNCHEZ ARENAS | | | |
| S.A.H.O.P. | | Escala: 1:25,000 | |
| SISTEMA DE PLANEACIÓN Y DISEÑO DE INFRAESTRUCTURA | | SISTEMA DE PLANEACIÓN Y DISEÑO DE INFRAESTRUCTURA | |

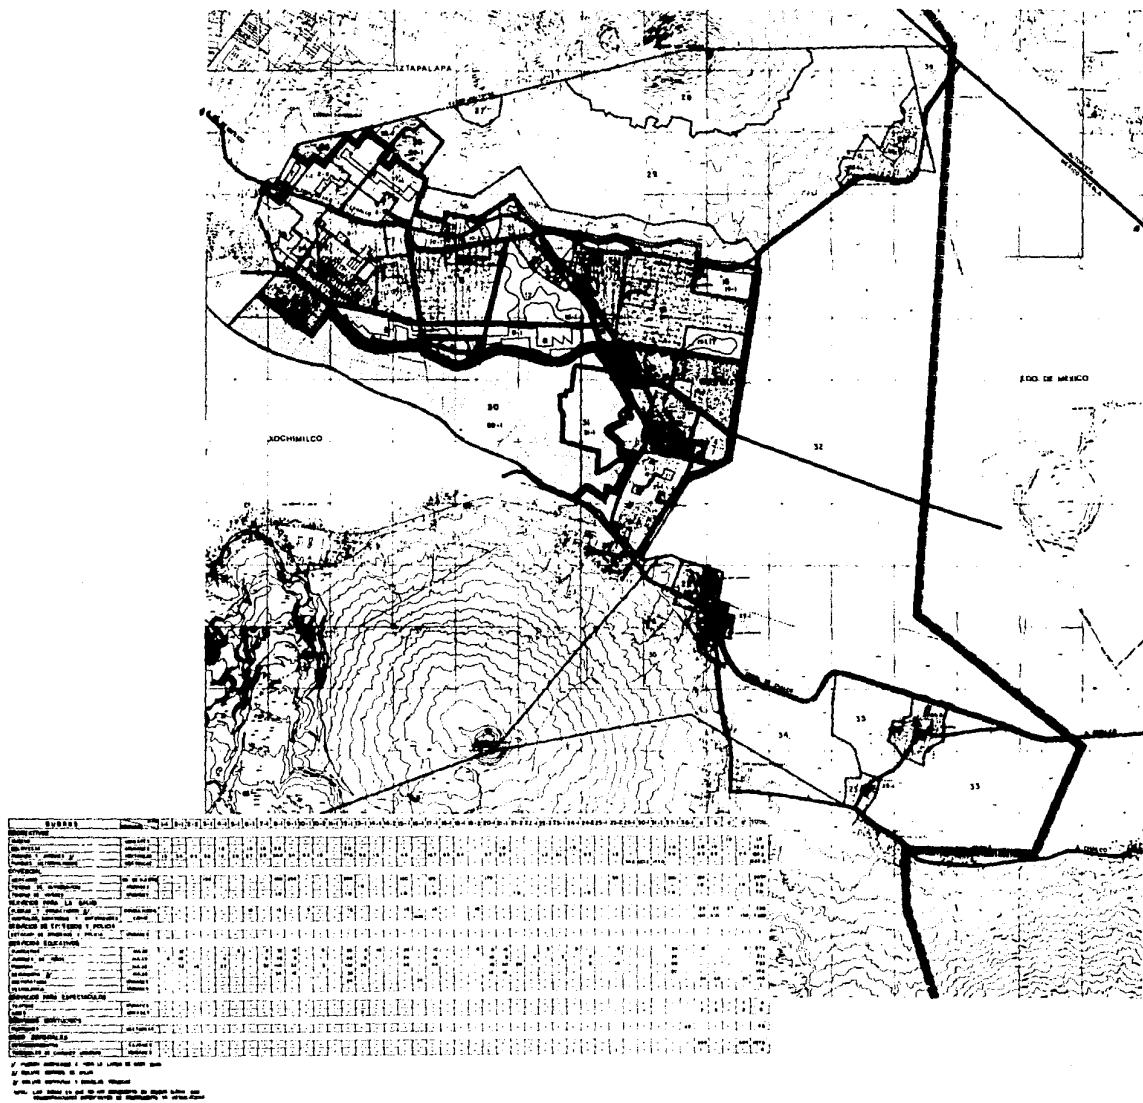

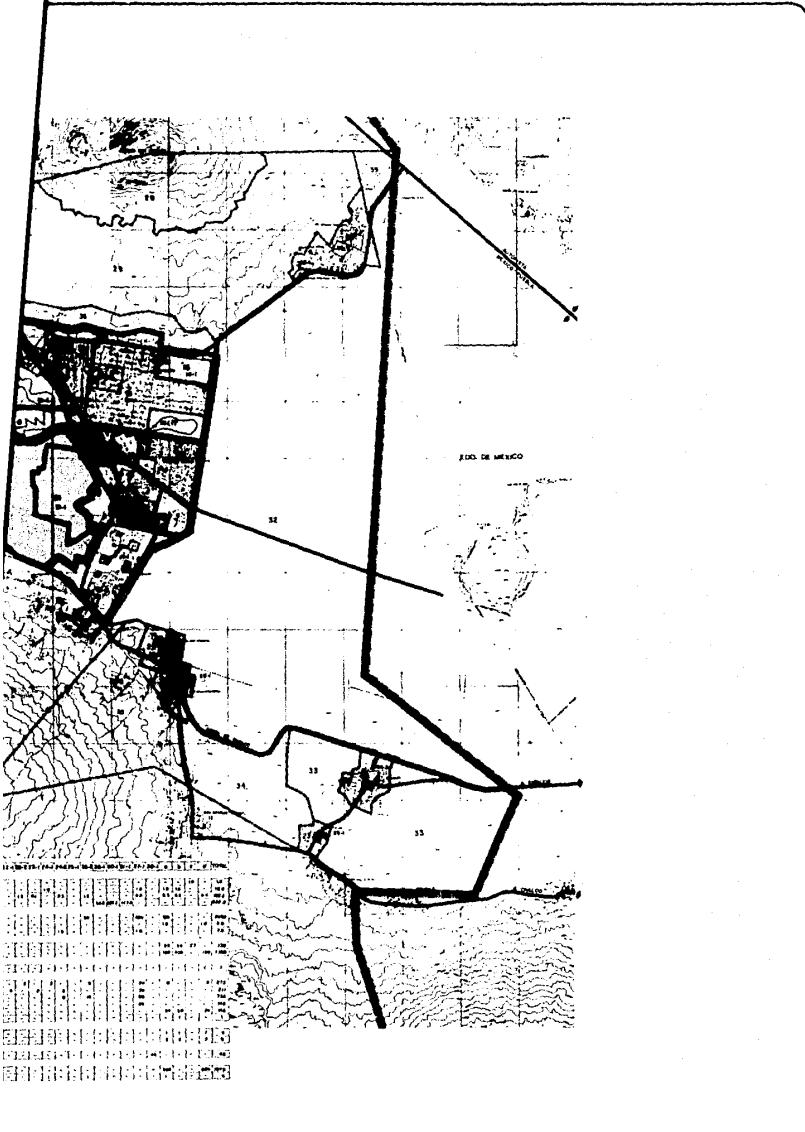

**DISTRITO
FEDERAL**
**plan parcial de
desarrollo
urbano**
**DELEGACION
TLAHUAC**

SIMBOLOGIA

| | |
|--|--------------------------------|
| VALIDAD PRIMARIA | LIMITE DE ZONA |
| LIMITE DE CENTRO URBANO | LIMITE DELIMITACIONAL |
| ELEMENTO URBANO | LIMITE DISTRITO FEDERAL |
| LIMITE CORREDOR URBANO | LIMITE ZONA DE AMORTIGUAMIENTO |
| ZONAS PREFERENTES PARA CONCENTRACION DE EQUIPAMIENTO | |

TITULO
EQUIPAMIENTO **E-5**

FOLIO: 001-0000000000000000


| | |
|-----------------------------|-------------------------------------|
| PROF. CARLOS HAMIL GONZALEZ | EN C. MIGUEL DE CERVANTES SEPULVEDA |
| PROF. JESÚS VILLENA | EN C. DIRECTOR OFICINA DE ALMACÉN |
| PROF. JAVIER SANTOS | EN C. JAVIER SANTOS |


FECHA: 00/00/0000

ESTADO DE MÉXICO

ESTADO DE MÉXICO

SAHOP

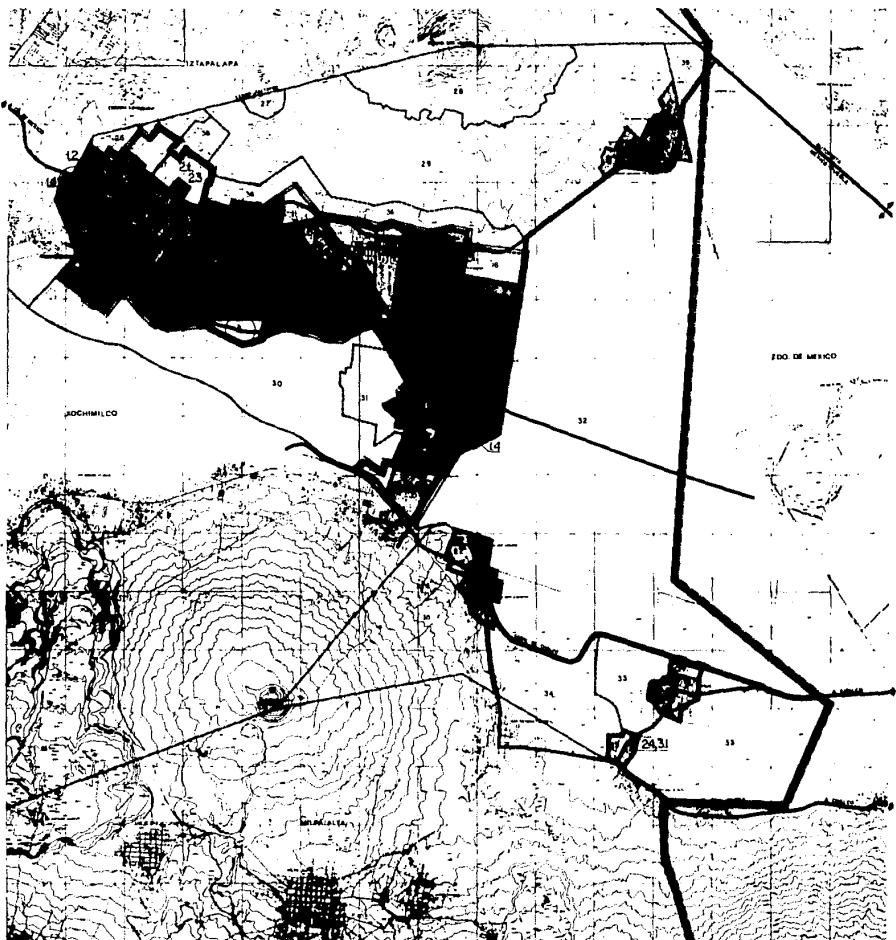

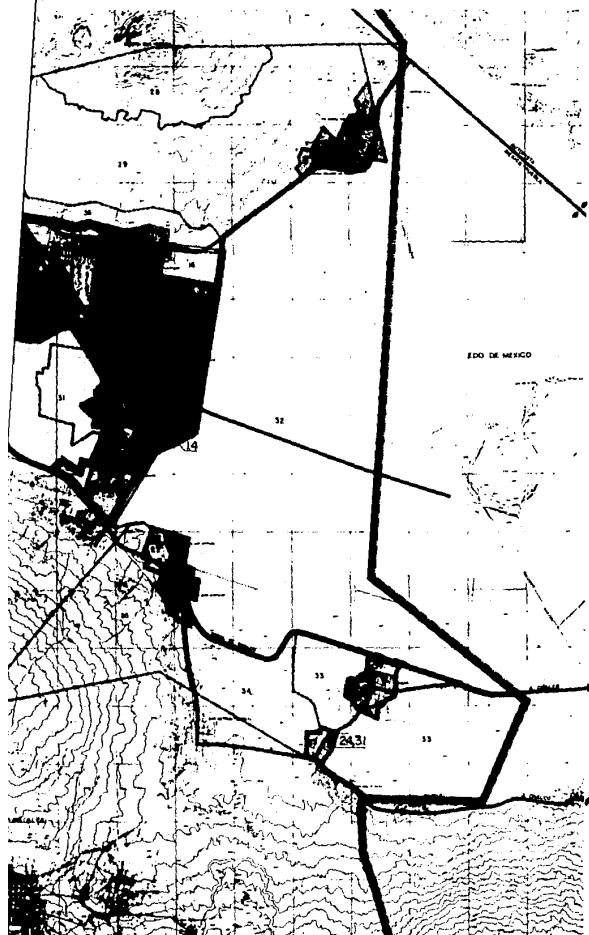

DISTRITO FEDERAL

plan parcial de desarrollo urbano

DELEGACION TLALHUAC

SIMBOLOGIA

| | |
|------------------------|--------------------------|
| VALIDAD PRIMERA | LÍNEA DE ZONA |
| LÍNEA DE CENTRO URBANO | LÍNEA SEUMLORIAL |
| ÁREACENTO URBANO | LÍNEA DISTRITO FEDERAL |
| LÍNEA CORRIDOR URBANO | LÍNEA ZONA DE AMPLIACIÓN |
| LÍNEA DE PROGRAMA | |

VIVIENDA TERMINADA

- 1.1 VIVIENDA UNIFAMILIAR
- 1.2 VIVIENDA MULTIFAMILIAR
- 1.3 INTRAMURAS LOTES BALCONES CON VIVIENDA UNIFAMILIAR
- 1.4 INTRAMURAS LOTES BALCONES CON VIVIENDA MULTIFAMILIAR

- DE 0 A 1 VECES SALARIO MÍNIMO
- DE 1 A 2 VECES SALARIO MÍNIMO
- DE 2 A 4 VECES SALARIO MÍNIMO
- DE 4 A 6 VECES SALARIO MÍNIMO
- MÁS DE 6 VECES SALARIO MÍNIMO

VIVIENDA PROGRESA

- 2.1 LOTES Y SERVICIOS
- 2.2 VIVIENDA PROVISORIAL
- 2.3 PES DE CASA
- 2.4 VIVIENDA PROGRESA UNIFAMILIAR
- 2.5 VIVIENDA PROGRESA MULTIFAMILIAR

NOTA: DENTRO DE QUE LA TÉCNICA DE LA ETIQUETA EN VIVIENDAS PROGRESA ES IRREGULAR EN EL 10% DEL ÁREA, NO SE INDICA IMPRECISIONE.

MEJORAMIENTO DE VIVIENDA

- 3.1 MEJORAMIENTO Y AMPLIACIÓN DE VIVIENDA
- 3.2 REHABILITACIÓN DE VIVIENDA
- 3.3 REPARACIÓN POR VIVIENDA PROBLEMA
- 3.4 REPARACIÓN POR VIVIENDA TERMINADA
- 3.5 PROGRAMAS DE DESASTRE




TÍTULO


VIVIENDA

E-6

en m² Plano

| | |
|--|---|
| EL C. D.F. DEL GOBIERNO DEL DISTRITO FEDERAL | DO. CARLOS HAMÍN GONZALEZ DIRECCIÓN GENERAL DE PLANEACIÓN LIC. EZEQUIEL ARRIAGA RODRIGUEZ EL C. DIRECTOR GENERAL DE PLANEACIÓN AN. JAVIER GARCIA 200190 |
| SAHOP | ESTADO: Distrito Federal |
| SAHOP | ESTADO: Distrito Federal |

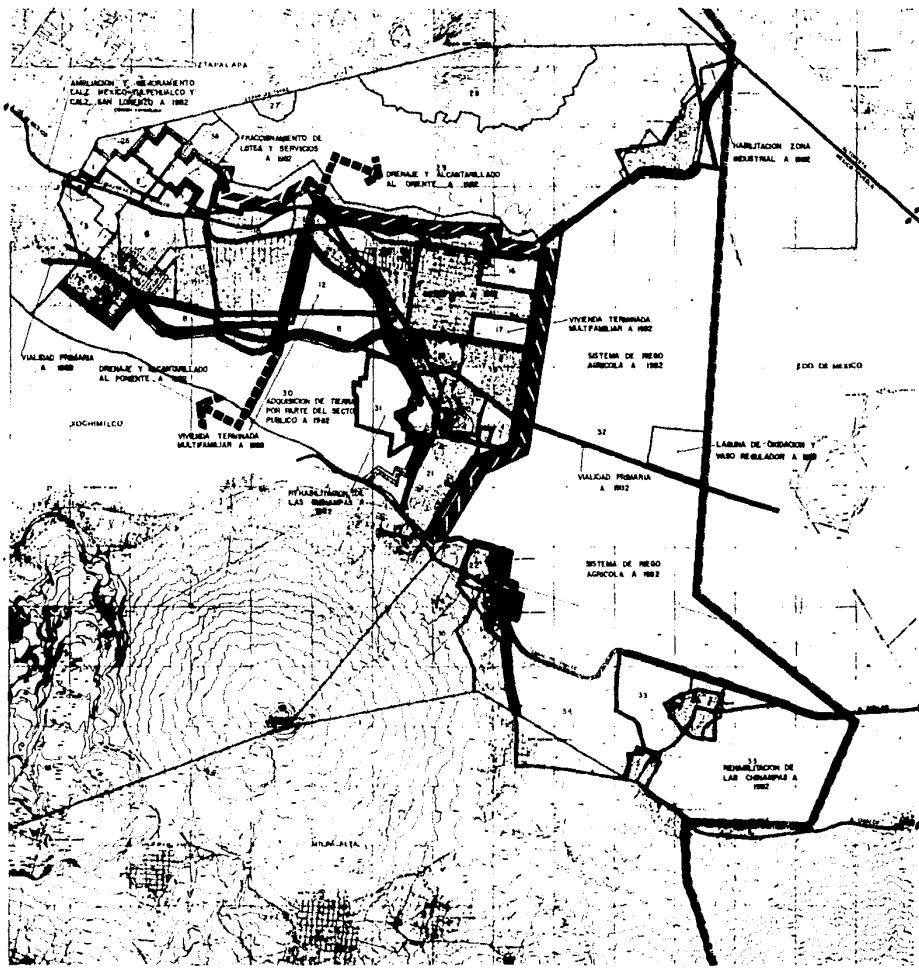

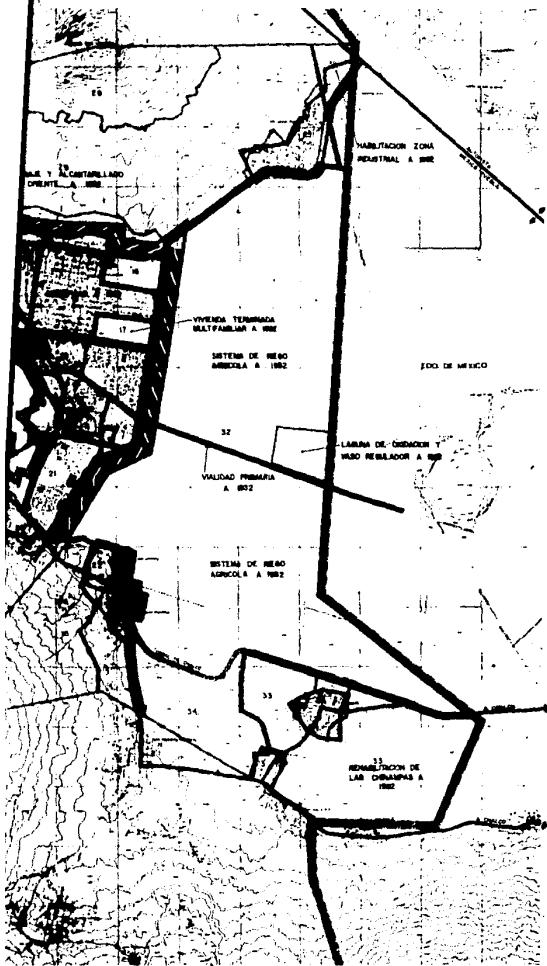

DISTRITO FEDERAL

plan parcial de desarrollo urbano

DELEGACION TLAHUAC

SIMBOLOGIA

| | |
|--|----------------------------|
| VIALIDAD PRIMARIA | LINTE DE ZONEA |
| LINTE DE CENTRO URBANO | LINTE DELEGACIONAL |
| ASENTAMIENTO URBANO | LINTE DISTRITO FEDERAL |
| LINTE CORRIDOR URBANO | LINTE ZONA DE ASPIRACIONES |
| LINTE MAYOR URBANO ACTUAL | LINTE DE PROGRAMAS |
| PANTERANAS TEÓRICO DEL SISTEMA DE DRENAGE Y ALIMENTACIÓN | |
| LINTE PARA CONTROL DE CRECIMIENTO DE LA MANCHA URBANA | |

NOTA: DEBERÁ A QUE LA TENENCIA DE LA TIERRA EN USO

URBANO ES PRELAR EN EL 94% DEL ÁREA SE

HACE URGENTE LA APLICACIÓN DE LOS PROGRAMAS DE


REBALIZACIÓN POR PARTE DE LOS ORGANISMOS


CORESPONDIENTES

TITULO ETAPAS Y ACCIONES PRIORITARIAS E-7

| | |
|--------------------------------------|--|
| PROF. CARLOS MARÍA GONZALEZ | E.C. Jefe del Departamento del Sector Urbano |
| E.C. HÉCTOR ANTONIO DE RIQUEZ Y SOTO | E.C. Director de Desarrollo Urbano |
| E.C. DIRECTOR GENERAL DE PLANEACIÓN | E.C. Director General de Planeación |
| FONDO: AGUAESO | |
| SAHOP | |
| SCALAE SAHOP | |

91

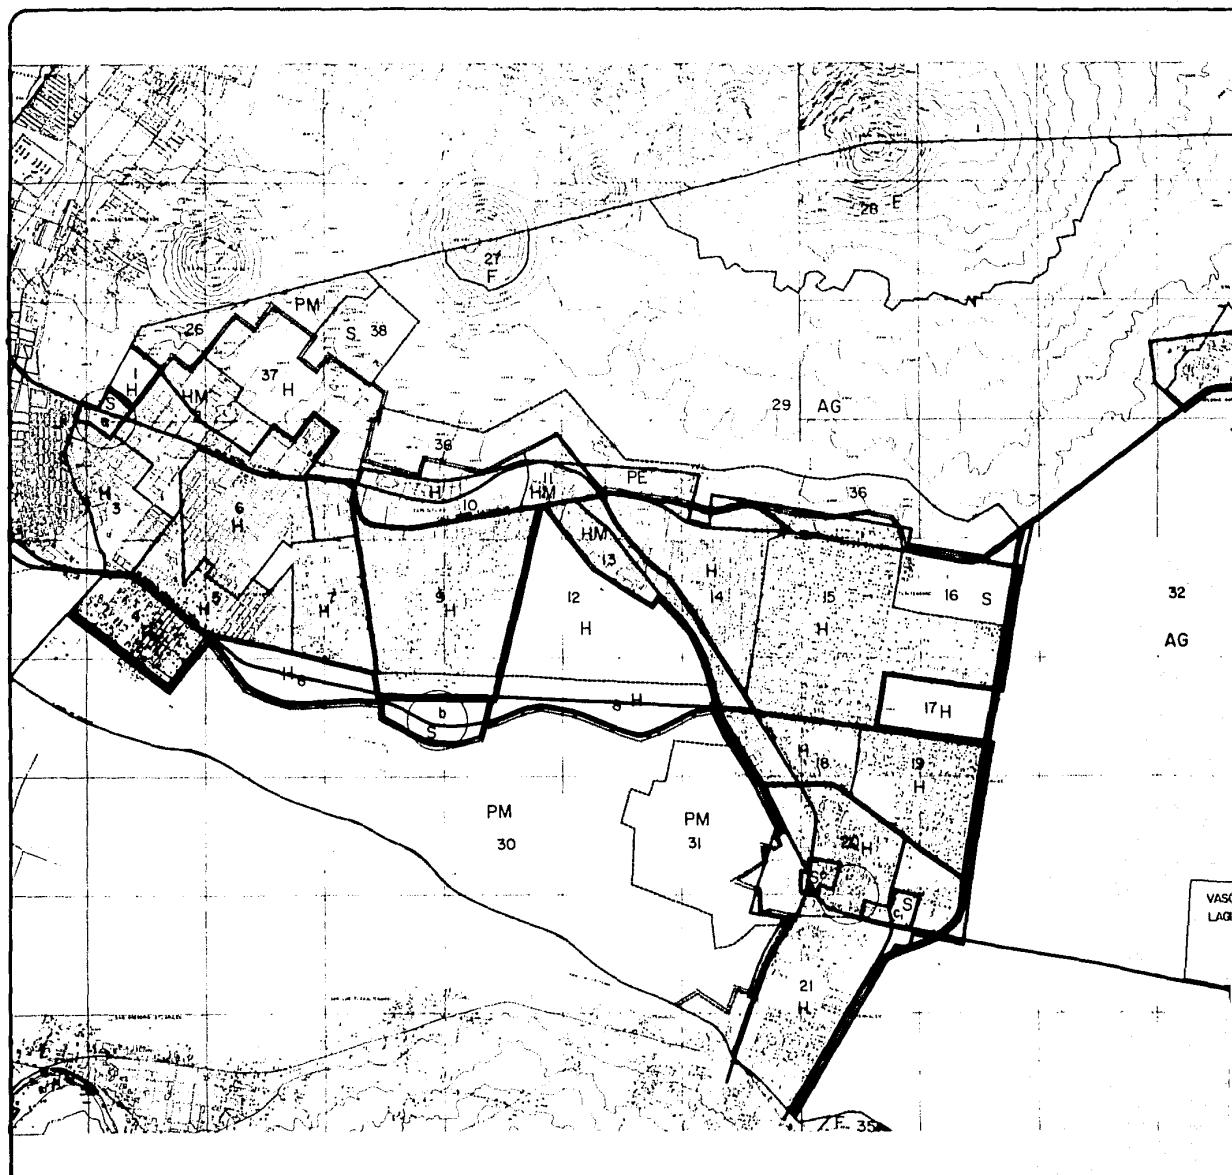

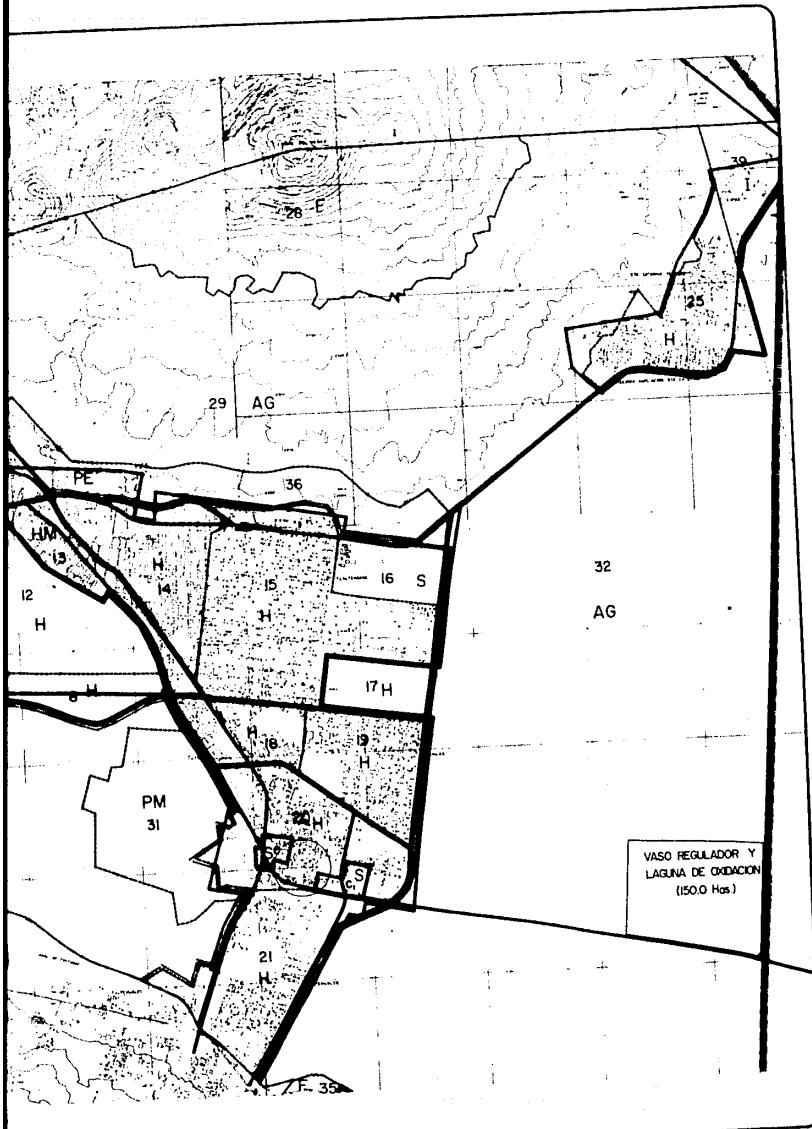


DISTRITO FEDERAL
plan parcial de desarrollo urbano
DELEGACION TLAHUAC


SIMBOLOGIA

| | |
|-------|-------------------------------|
| ■■■■■ | LÍNEA DE ZONA |
| ■■■■■ | LÍNEA DELEGACIONAL |
| ■■■■■ | LÍNEA DISTRITO FEDERAL |
| ■■■■■ | LÍNEA ZONA DE AMORTIGUAMIENTO |
| ■■■■■ | LÍNEA CORREDOR URBANO |
| ■■■■■ | LÍNEA MARCIA URBANA ACTUAL |
| ■■■■■ | LÍNEA DE SERVICIOS |
| ■■■■■ | HABITACIONAL |
| ■■■■■ | HABITACIONAL NESTO |
| ■■■■■ | INDUSTRIALES |
| ■■■■■ | PARQUE METROPOLITANO |
| ■■■■■ | PEDESTRES |
| ■■■■■ | AMBIENTES |
| ■■■■■ | FORESTALES |



| TITULO | | E-8 |
|--|--|----------|
| PERIMETROS DE ZONIFICACION | | RE. 1000 |
| D.F. 1977 DEL GOBIERNO DEL DISTRITO FEDERAL | | |
| CARLOS JAVIER GUTIÉRREZ SECRETARIO DE DESARROLLO URBANO | | |
| VIC. ALMENDRO, ENRIQUE SANTOS VIC. DIRECTOR GENERAL DE PLANEACION | | |
| ADE. JAVIER CRISTOBAL RODRIGUEZ | | |
| SAHOP | | |

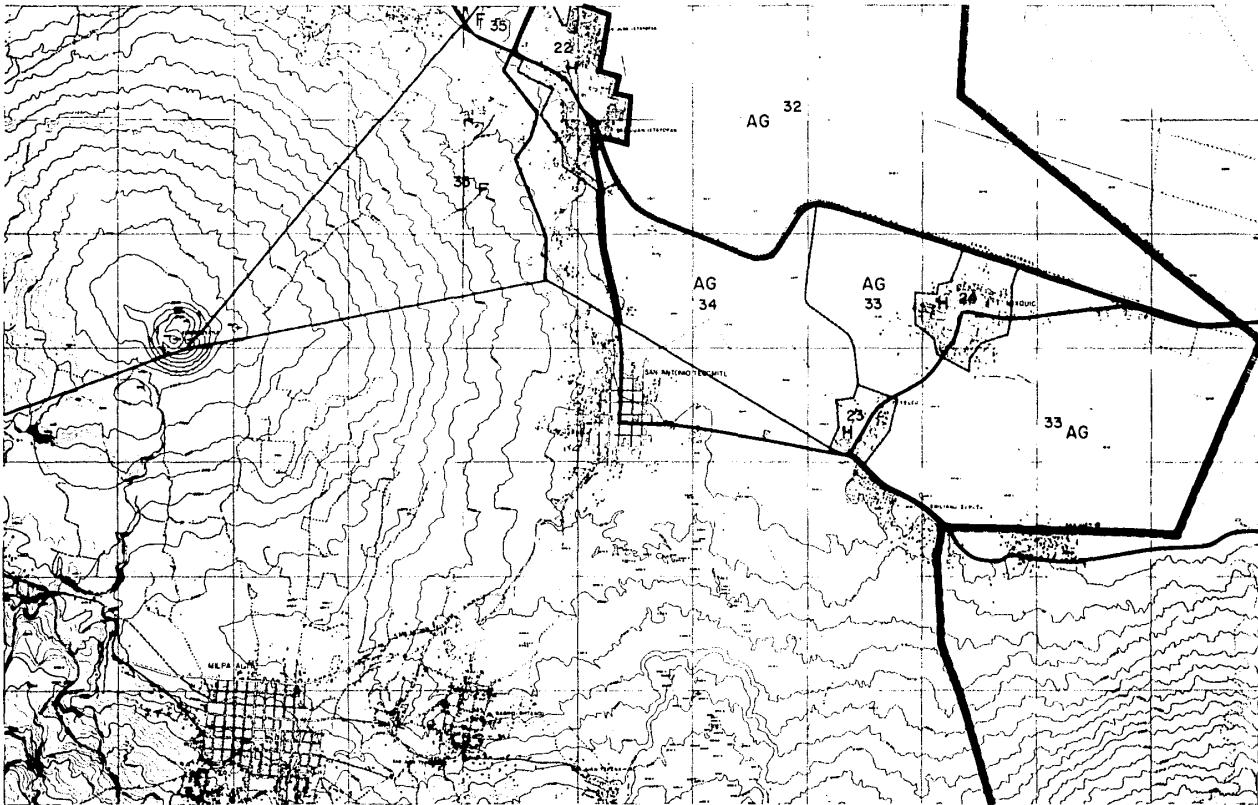

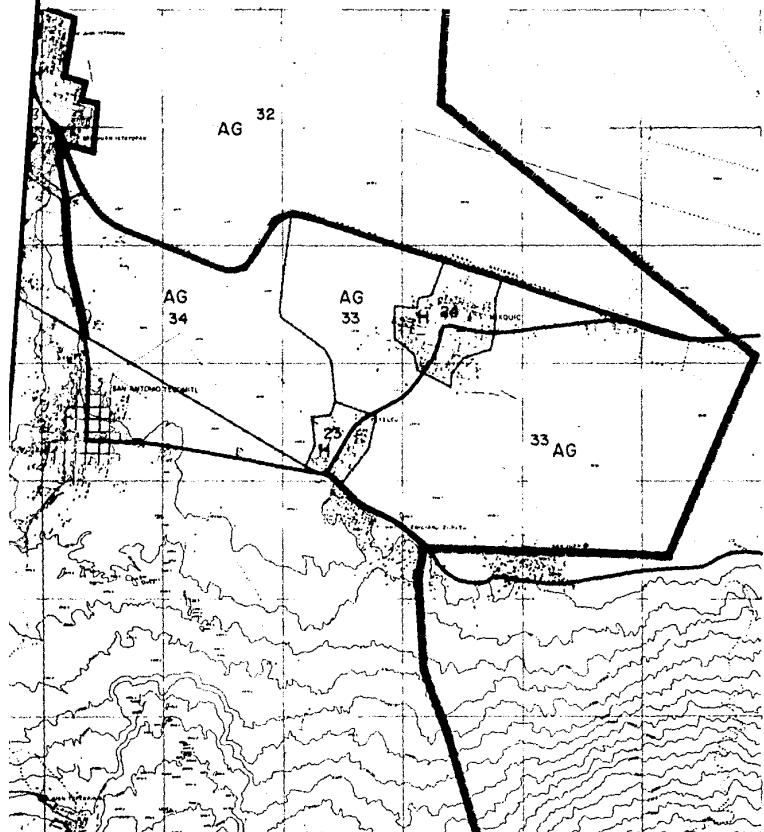

DISTRITO FEDERAL

plan parcial de desarrollo urbano

DELEGACION TLAHUAC

SIMBOLOGIA

| | |
|------------------------------------|-----------------------------|
| VALIDO PRIMARIO | LIMITE DE ZONA |
| LIMITE DE CENTRO URBANO | LIMITE DELIMITACIONAL |
| (Círculo) SISTEMA URBANO | LIMITE DISTRITO FEDERAL |
| (Línea) LÍMITE CORREDOR URBANO | LIMITE ZONA DE ABORTAMIENTO |
| (Línea) LÍMITE MARCO URBANO ACTUAL | |
| (H) HABITACIONES | |
| (HM) HABITACIONES MIXTO | |
| (I) INDUSTRIALES | |
| (S) DE BOVINO | |
| (PM) PARQUE METROPOLITANO | |
| (PE) PECUARIOS | |
| (AG) AGRICULTURA | |
| (F) FORESTALES | |



TITULO

PERIMETROS DE ZONIFICACION

E-8



EL. I. AYUD. EN DIFUSION DE INFORMACION
DIRECCION: CARLOS H. GONZALEZ
DIRECCION: ALFREDO RODRIGUEZ
LIC. J. VILLANUEVA ARISTIDE, Director
EL. C. DIRECTOR GENERAL DE PLANEACION
Av. 16 de Septiembre, 100
C. P. 12000, MEXICO, D.F.
TEL. 555-1000, 555-1001, 555-1002
FAX: 555-1003, 555-1004
E-mail: CONAPO@CONAPO.GOB.MX
www.conapo.gob.mx



3.- EL PROGRAMA ARQUITECTONICO

1.- 160 Viviendas unifamiliares.

Distribuidas en 36 núcleos de 4 viviendas cada uno y 8 medios núcleos de 2 viviendas cada uno.

Cada vivienda con un mínimo "pie de casa" de 58.53 m². construidos con estancia-alcoba, comedor, cocina, escalera, recámara, baño y patio de servicio, con posibilidad de crecimiento a:
67.53 m². (2 recámaras)
76.21 m². (3 recámaras)
84.89 m². (4 recámaras)

2.- Estacionamiento

3,621.00 m².

Para 174 autos, distribuidos en 8 zonas independientes con capacidad para 25 (4), 23, 21, y 15 autos (2) respectivamente.

3.- Comercio de autoservicio

185.24 m².

Plaza de acceso

Vestíbulo

Guarda paquetes

Área de cajas

Área de compras

Bodega

Sanitario de personal

4.- Atención médica 21.54 m².

Recepción

Consultorio

Sanitario

5.- Guardería infantil 226.17 m².

4 aulas para 25 niños cada una.

Cubículo secretaria

Privado dirección

Sanitarios para niños

Sanitarios para personal y público

Patio y Zona de juegos.

6.- Equipo hidráulico 108.00 m².

Cisterna (264 m³.)

Bombas (7.5 HP.)

Tanque elevado (118 m³.)

3.1 RESUMEN DE AREAS

Area total del terreno 20,000.00 m².

Area de donación 2,000.00 m².

21.54 m².

4.- Atención médica

Recepción
Consultorio
Sanitario

226.17 m².

5.- Guardería infantil

4 aulas para 25 niños cada una.
Cubículo secretaria
Privado dirección
Sanitarios para niños
Sanitarios para personal y público
Patio y Zona de juegos.

108.00 m².

6.- Equipo hidráulico

Cisterna (264 m³.)
Bombas (7.5 HP.)
Tanque elevado (118 m³.)

6.1 RESUMEN DE AREAS

Área total del terreno
Área de donación

20,000.00 m².

2,000.00 m².

| | |
|---|---------------------------------|
| Area total de 160 viviendas (considerando vivienda Tipo IV para el financiamiento bancario) | 11,560.00 m2. |
| Vivienda Tipo IV | 67.53 m2. más volados 72.25 m2. |
| Estacionamiento para 174 autos | 3,621.00 m2. |
| Patios y jardines | 6,110.50 m2. |
| Comercio de autoservicio | 185.24 m2. |
| Atención médica | 21.54 m2. |
| Guardería infantil | 226.17 M2. |
| Cisterna | 108.00 m2. <hr/> |
| Area total construida | 12,100.95 m2. |

4.- EL PROYECTO

El conjunto está compuesto de 4 partes: 2 zonas de 80 viviendas cada una, 1 zona de uso común que cuenta con centro comercial, servicio médico, guardería infantil, la cisterna y el equipo para abastecimiento de agua; y por último una área de donación equivalente al 10% del total del terreno.

El módulo de 2 ó 4 viviendas tipo, ha sido diseñado aprovechando al máximo las cualidades propias del sistema constructivo, haciéndolas compartir el mayor número posible de muros e instalaciones, y aún - cuando se han manejado dimensiones y proporciones mínimas, cada casa resulta digna, funcional, flexible, independiente y económica.

Los módulos han sido agrupados a modo de formar 14 patios independientes, pero unidos por andadores, a los que se da carácter propio y único por el distinto tratamiento de pavimentos y jardinería así como la siembra misma del tipo de viviendas que lo conforman.

El problema de estacionamiento ha sido resuelto en 8 zonas totalmente independientes entre sí y distribuidas convenientemente dentro del conjunto.

Se han centralizado para la comodidad de los habitantes del conjunto los servicios comunes y las instalaciones generales, así como la zona de donación, que será destinada por la delegación a parque recreativo.

El centro comercial podrá ser autosuficiente y rentable al permitir, al igual que la zona de donación, el que sea utilizado tanto por residentes como por no residentes del conjunto.

| ARQUITECTONICO | |
|----------------|--|
| CLAVE: | CONTENIDO: |
| A-0 | INFORMACION GENERAL |
| A-1 | PLANTA BAJA DE CONJUNTO |
| A-2 | PLANTA DE CONJUNTO (AZOTEAS) |
| A-3 | NUCLEO TIPICO, PLANTA DE CIMENTACION |
| A-4 | NUCLEO TIPICO, PLANTAS BAJA Y ALTA |
| A-4A | NUCLEO TIPICO, ACABADOS |
| A-5 | NUCLEO TIPICO, SECCIONES |
| A-6 | NUCLEO TIPICO, ELEVACIONES |
| A-7 | NUCLEO TIPICO, PLANTAS DE ENTREPISOS Y CISTERNA |
| A-8 | NUCLEO TIPICO, PLANTAS DE PLAFON |
| A-9 | VIVIENDA TIPICA, PLANTA BAJA Y ALTA |
| A-10 | VIVIENDA TIPICA, PLANTAS EN DETALLE TECNICO (ARMADURA) |
| A-11 | VIVIENDA TIPICA, PLANTAS EN DETALLE TECNICO (CISTERNA) |
| A-12 | VIVIENDA TIPICA, SECCION EN DETALLE |
| A-13 | UNIDAD DE SERVICIOS, PLANTA |
| A-13A | UNIDAD DE SERVICIOS, ACABADOS |
| A-14 | UNIDAD DE SERVICIOS, PLANTA DE TERRENOS |
| A-15 | UNIDAD DE SERVICIOS, PLANTA DE TECNICO |
| A-16 | UNIDAD DE SERVICIOS, SECCIONES Y DETALLES |
| A-17 | DETALLES DE ARMADURA |
| A-18 | DETALLES |
| A-19 | DETALLES |
| A-20 | PROGRAMA DE OBRA / URBANIZACION |
| A-21 | PROGRAMA DE OBRA / DESARROLLO |
| A-22 | PROGRAMA DE OBRA / PROGRAMA F |
| | |
| | |
| SÍMBOLOGIA EN PLANOS ARQ. | |
|--------------------------------|----------------------------------|
| ▲ | CLAVE DE CANCILLERIA |
| ■ | TAMERO DE LOCAL |
| ○ | DUCTO O MUREO |
| △ | PROYECCION DE DUCTO O MUREO |
| — | LÍNEA DE EJES |
| — | LÍMITE DE PROYECTO |
| — | LÍNICA DE PROYECCIÓN |
| (NP) | CURVA DE NIVEL DE TERRINO NATIVO |
| (NT) | CURVA DE NIVEL DE PROYECTO |
| NPT | NIVEL DE PISO TERMINADO |
| NNT | NIVEL NATURAL DEL TERRINO |
| NBL | NIVEL LIEGO ALTO DE LOSA |
| NLB | NIVEL LIEGO BAJO DE LOSA |
| (NP), (NBL) & (NLB) EN DETALLE | NPT, NBL, & NLB EN DETALLE |
| — | PISTA CIRCULAR |
| FM | PROYECTO |
| — | LÍNEA DE CISTERNA |
| SABO | BALANCE DE AREAS PLUVIALES |
| SABO | BAJADA DE AREAS NEGRAS |

TESIS PROFESIONAL
MOISES KOPELIOVICH EFRATO
UNIVERSIDAD ANHUAZ
MEXICO, D.F. 1980


CONJUNTO HABITACIONAL DE INTERES


CALLES SANTA CRUZ Y PORVENIR, COLONIA LA NORALERA, DELEGACION TLAHUAC, M

| RELACION DE PLANOS | |
|------------------------|---|
| ARQUITECTONICOS | |
| CLAVE | CONTENIDO |
| A.0 | INFORMACION GENERAL |
| A.1 | PLANTA BAJA DE CONJUNTO |
| A.2 | VIVIENDA TIPICA, PLANTAS BAJA Y ALTA |
| A.3 | VIVIENDA TIPICA, SECCION EN DETALLE POR BANOS Y COCINA |
| A.4 | TANQUE ELEVADO |
| A.5 | UNIDAD DE SERVICIO, PLANTA |
| A.6 | NUCLEO TIPICO, SECCIONES |
| A.7 | NUCLEO TIPICO, PLANTAS DE ENTREPIEDRO Y TECHUMBRE |
| A.8 | NUCLEO TIPICO, PLANTAS DE PLACAS Y TECHUMBRE |
| A.9 | VIVIENDA TIPICA, PLANTAS BAJA Y ALTA EN DETALLE |
| A.10 | VIVIENDA TIPICA, PLANTAS EN DETALLE DE ENTREPIEDRO Y TECHUMBRE (ARMADURA) |
| A.11 | VIVIENDA TIPICA, PLANTAS EN DETALLES DE PLACAS Y TECHUMBRE (CUBIERTA) |
| A.12 | VIVIENDA TIPICA, SECCION EN DETALLE POR BANOS Y COCINA |
| A.13 | UNIDAD DE SERVICIOS, PLANTA |
| A.14 | UNIDAD DE SERVICIOS, ACABADOS |
| A.15 | UNIDAD DE SERVICIOS, PLANTA DE TECHUMBRES (ARMADURA) |
| A.16 | UNIDAD DE SERVICIOS, PLANTA DE TECHUMBRES (CUBIERTA) |
| A.17 | UNIDAD DE SERVICIOS, SECCIONES Y ELEVACIONES |
| A.18 | DETALLE DE ARMADURA |
| A.19 | DETALLES |
| A.20 | PROGRAMA DE OBRA / URBANIZACION |
| A.21 | PROGRAMA DE OBRA / DESARROLLO DE VIVIENDA |
| A.22 | PROGRAMA DE OBRA / PROGRAMA FINANCIERO |
| CLAVE | CONTENIDO |
| H.1 | NUCLEO TIPICO, PLANTAS BAJA Y ALTA |
| H.2 | VIVIENDA TIPICA, PLANTAS BAJA Y ALTA EN DETALLE |
| H.3 | VIVIENDA TIPICA, SECCION EN DETALLE POR BANOS Y COCINA |
| H.4 | UNITARIO DE SERVICIO, PLANTA |
| I.1 | PLANTA BAJA DE CONJUNTO |
| I.2 | NUCLEO TIPICO, PLANTAS BAJA Y ALTA |
| I.3 | VIVIENDA TIPICA, PLANTAS BAJA Y ALTA EN DETALLE |
| I.4 | VIVIENDA TIPICA, SECCION EN DETALLE POR BANOS Y COCINA |
| I.5 | UNITARIO DE SERVICIOS |
| INSTALACION SANITARIA | |
| INSTALACION ELECTRICA | |
| INSTALACION DE GAS LP. | |
| IE.1 | PLANTA BAJA DE CONJUNTO/ALIMENTACIONES GENERALES |
| IE.2 | PLANTA BAJA DE CONJUNTO/ALUMBRADO EXTERIOR |
| IE.3 | NUCLEO TIPICO, PLANTAS BAJA Y ALTA |
| IE.4 | UNIDAD DE SERVICIOS |
| INSTALACION DE GAS LP. | |
| IG.1 | NUCLEO TIPICO, PLANTAS BAJA Y ALTA |
| IG.2 | VIVIENDA TIPICA, PLANTAS BAJA Y ALTA EN DETALLE |

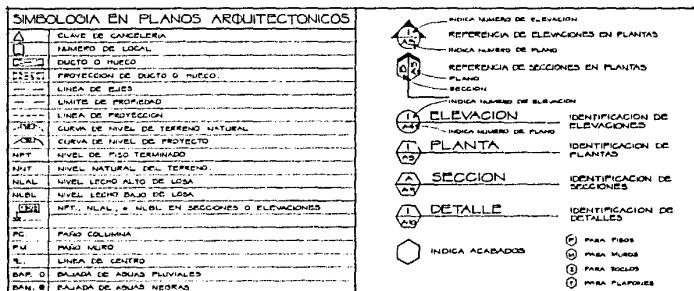

| | | | |
|--|---|---------------------|----|
| | CONJUNTO HABITACIONAL DE INTERES SOCIAL CALLES ANITA CRUZ Y PORVENIR, COLONIA LA NORIALETA, DELEGACION TLALHUAC, MEXICO D.F. | INFORMACION GENERAL | A0 |
|--|---|---------------------|----|

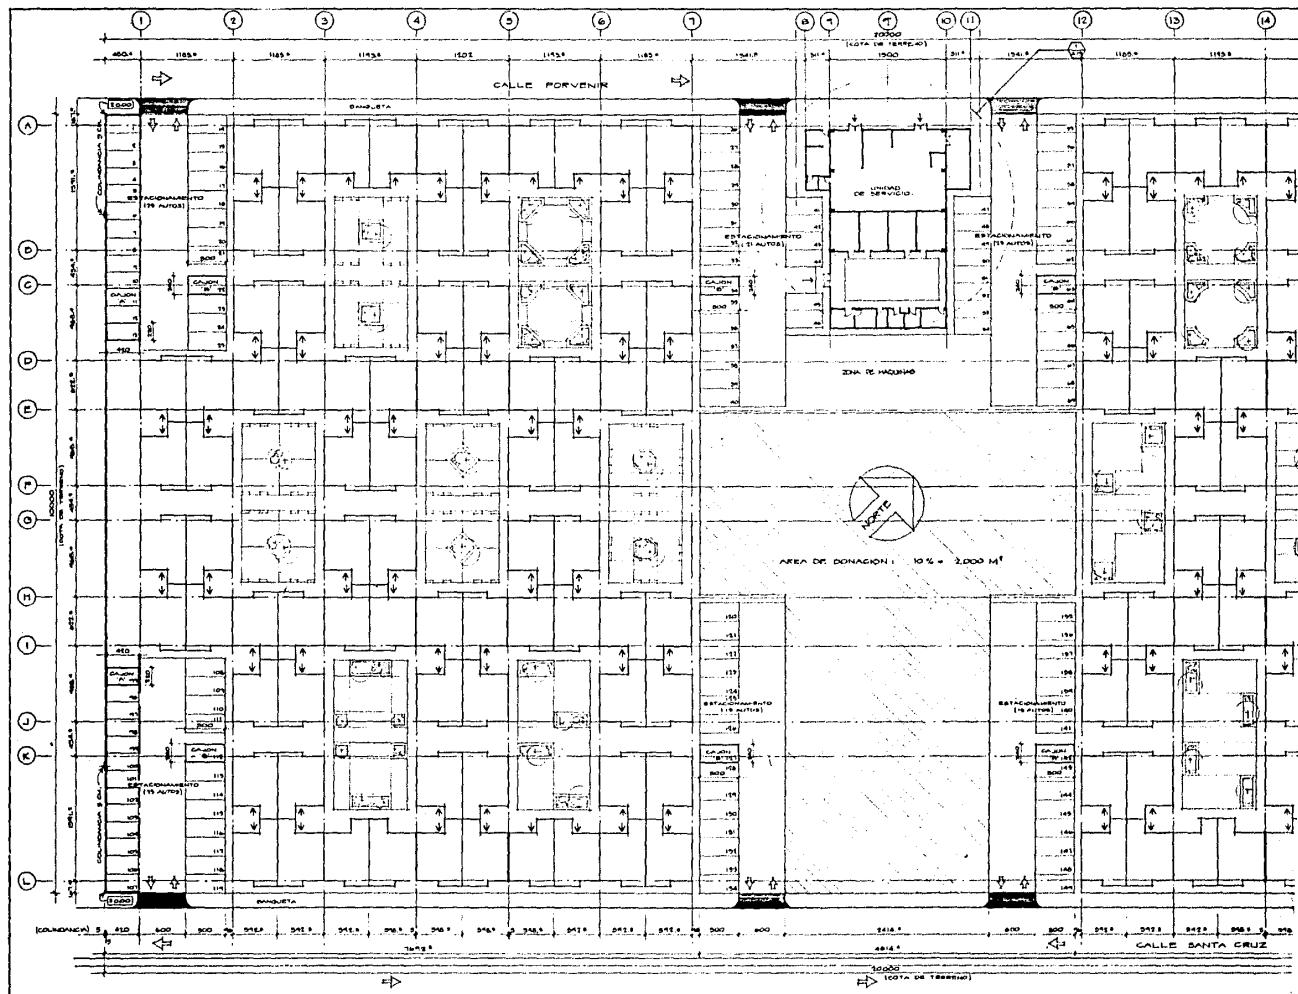

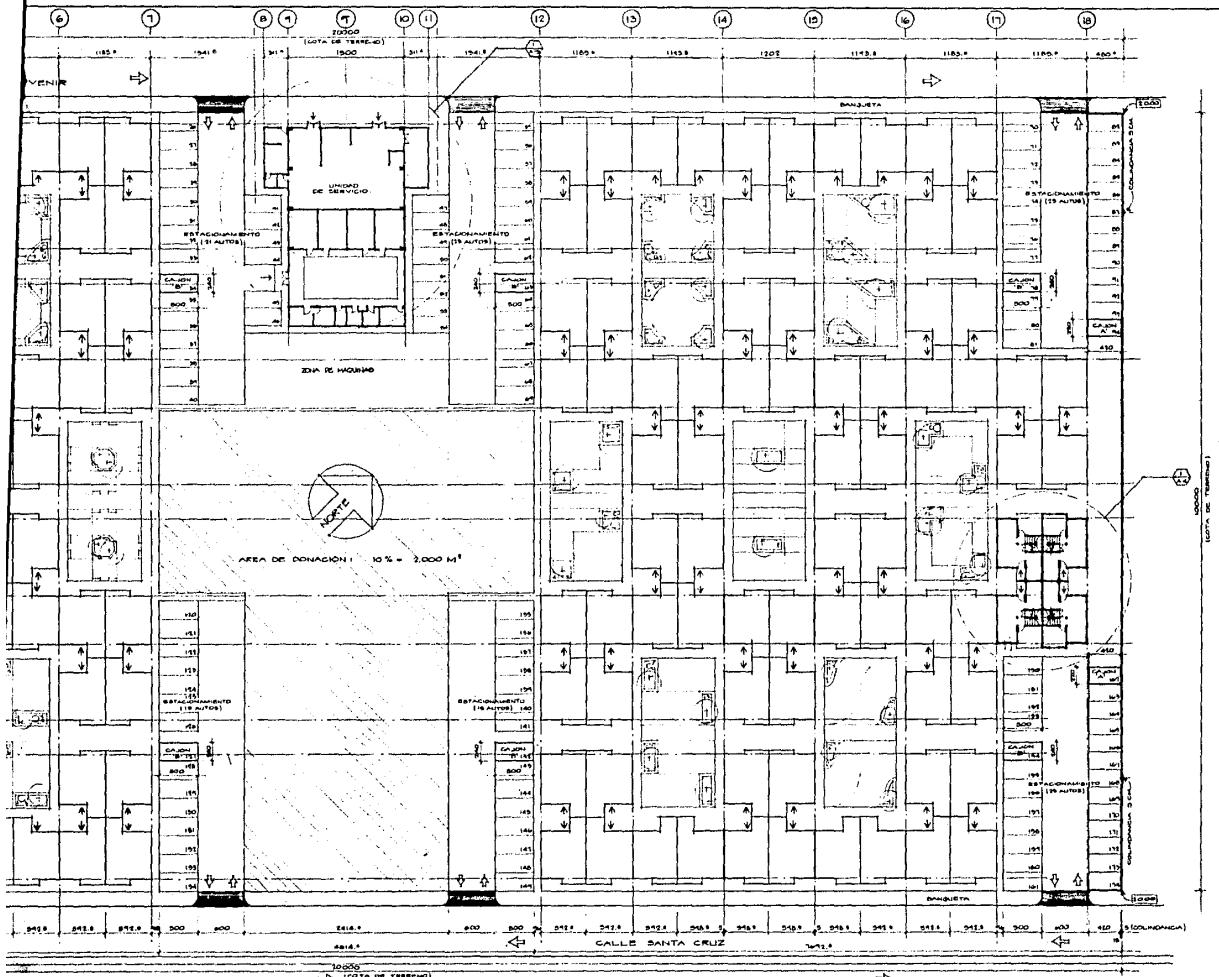


CONJUNTO HABITACIONAL DE INTERES SOCIAL


CALLES ENTACUZ Y FORYENIA, COLONIA LA NOFALERA, DELEGACION TLALNEPANTLA, MEXICO D.F.

PLANTA BAJA DE CONJUNTO

ESCALA 1:250

A.1

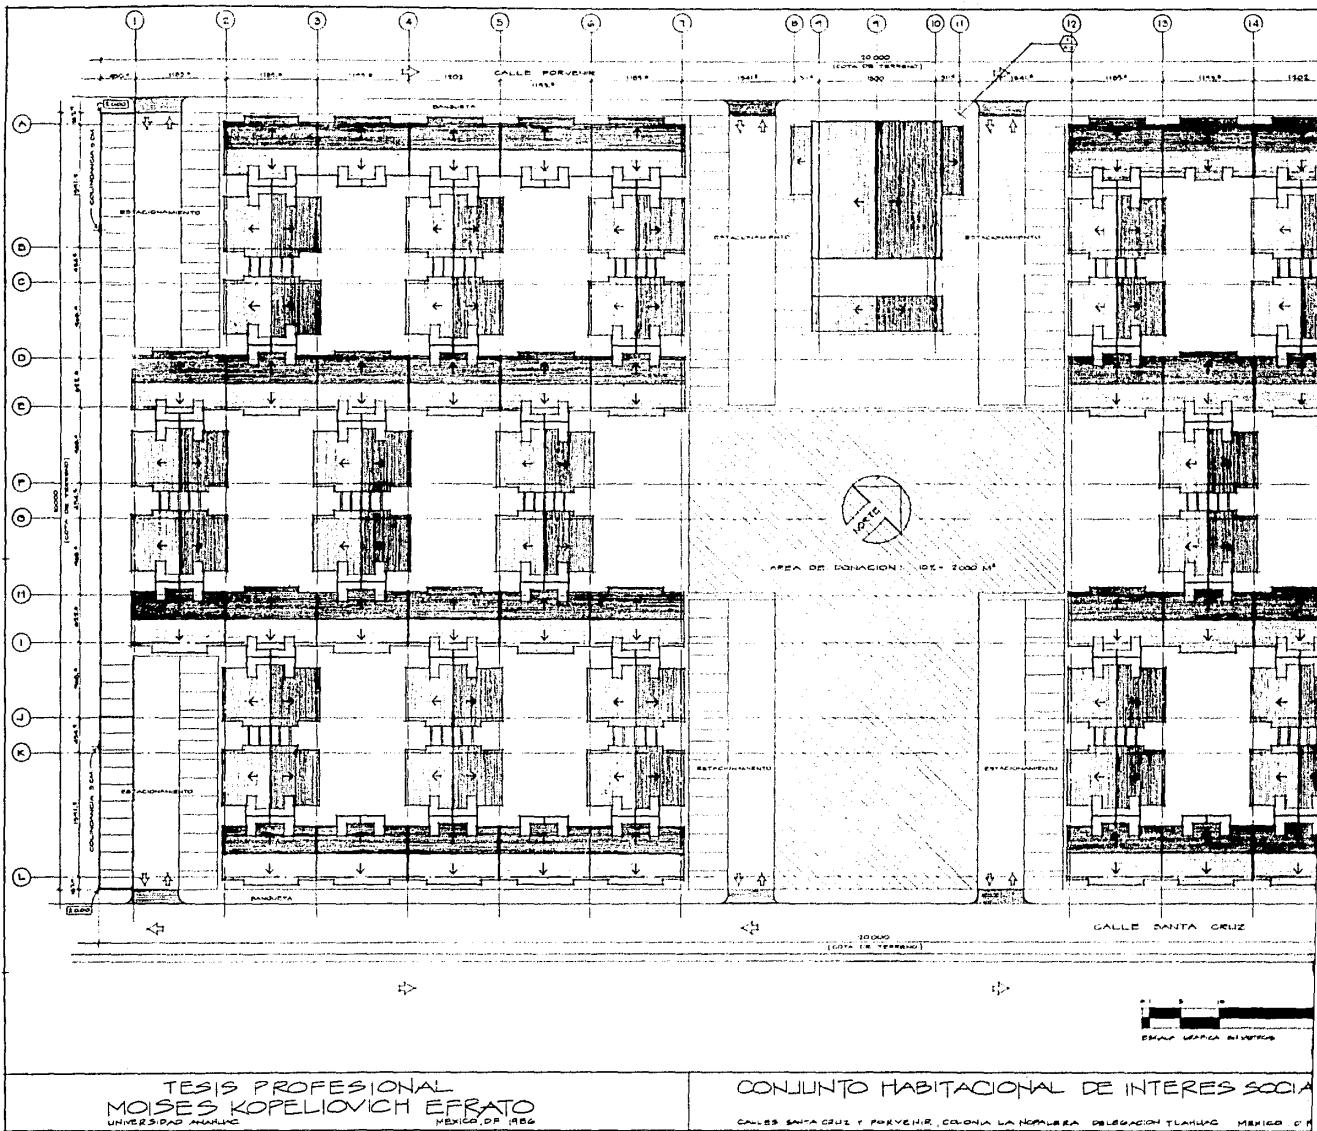

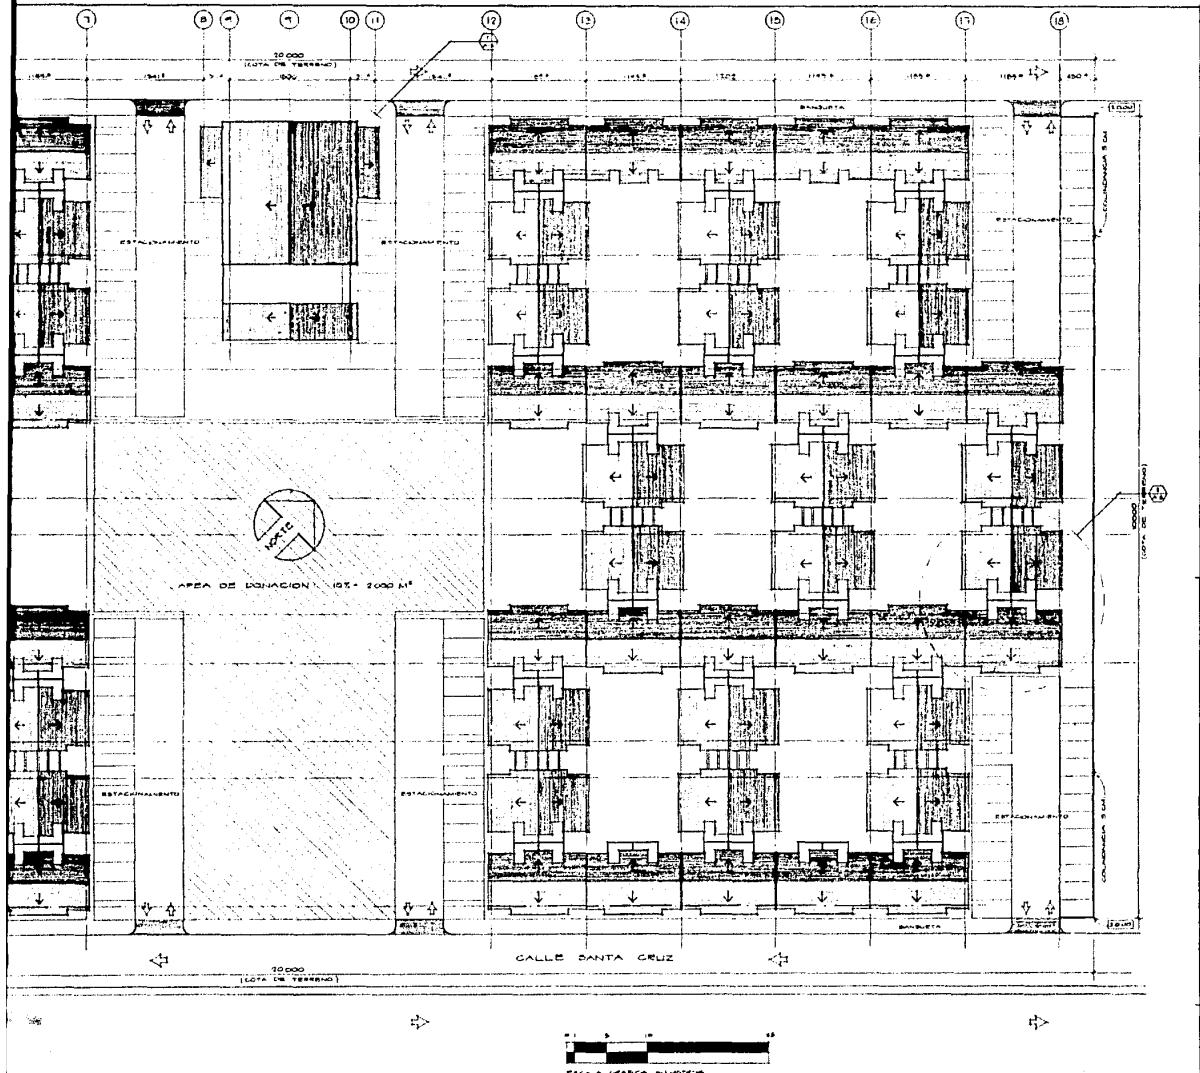






CONJUNTO HABITACIONAL DE INTERES SOCIAL



CALLES SANTA CRUZ Y FORVENIR, COLONIA LA NORTEÑERA, DELEGACION TLALPACO, MEXICO, D.F.

PLANTA DE CONJUNTO
(AZOTEAS)


ESCALA 1:200

A-2

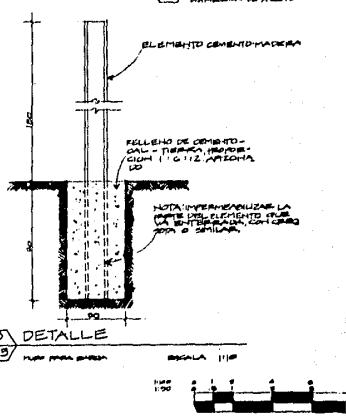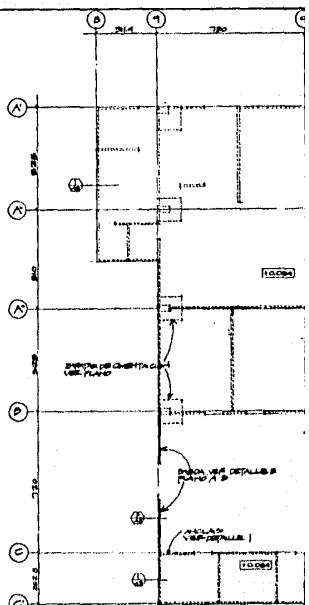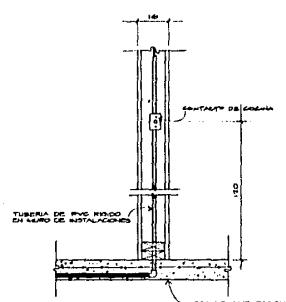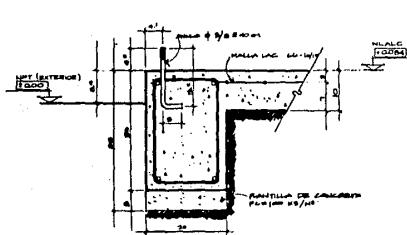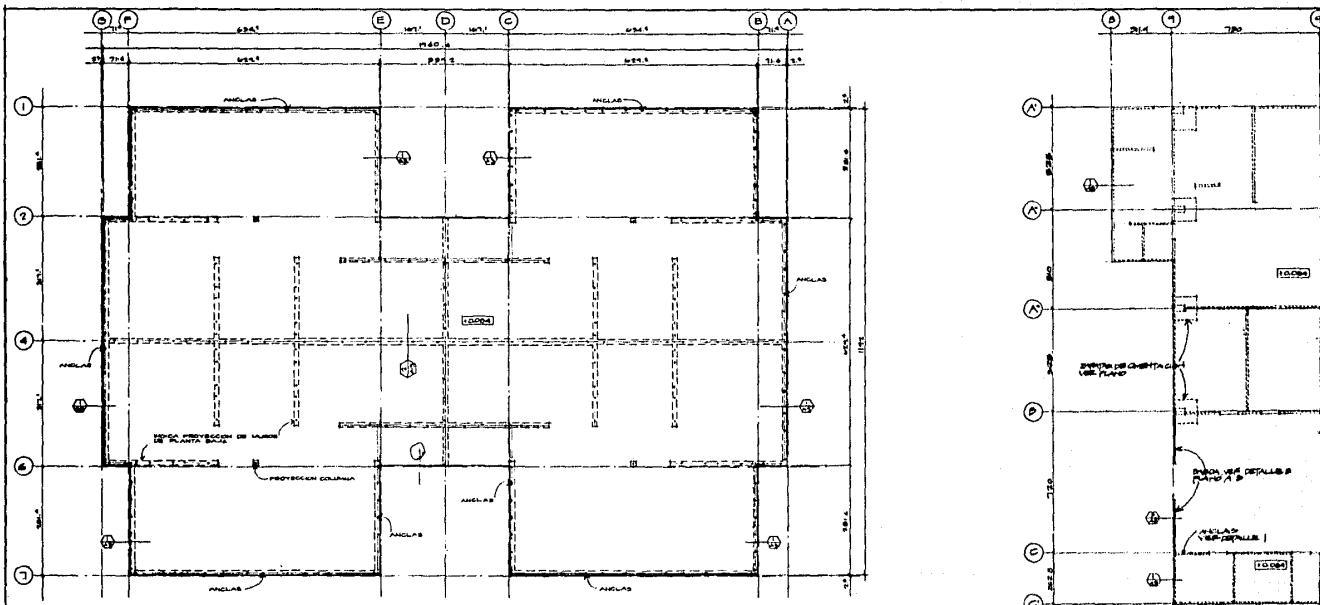

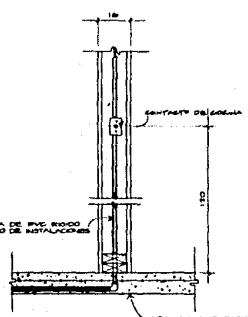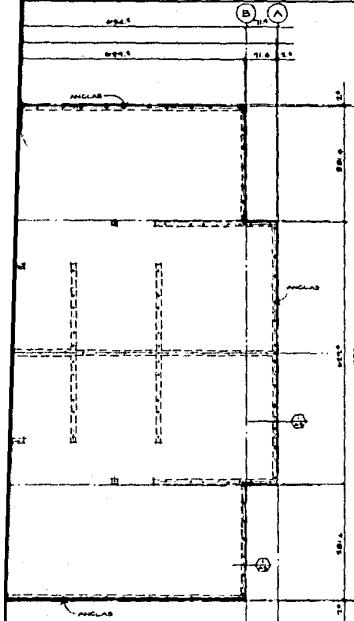


A.3 DETALLE
MURO DE INSTALACIONES ESCALA 1:10

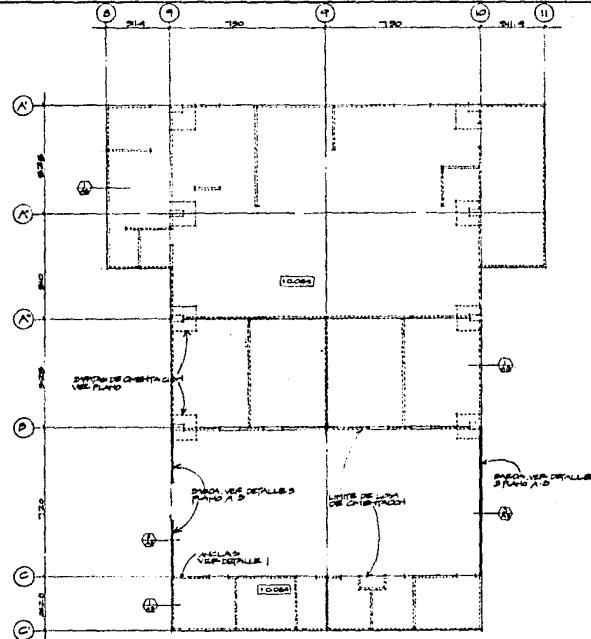


A-B PLANTA DE CIMENTACION
VER PLANO A-C
DISTRIBUCION DE ANCHOS

ESCALA 1:100

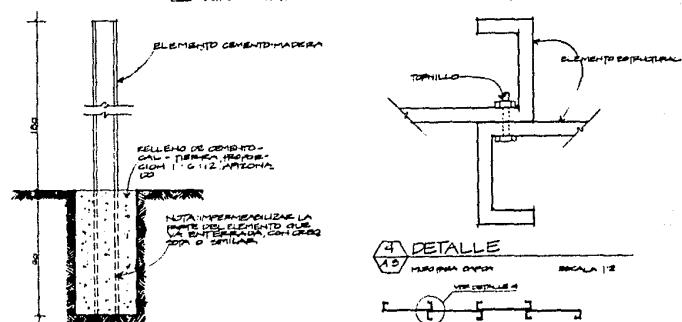

A-C DETALLE
MURO PARA DUCHA
VER DETALLE A-B
ESCALA 1:2

A-B MURO PARA DUCHA
ESCALA 1:10


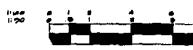


A-B PLANTA DE CIMENTACION
VER DETALLE A-C
ESCALA 1:20

ESCALA 1000 EN METROS


| | | |
|--|--|---|
| | CONJUNTO HABITACIONAL DE INTERES SOCIAL CALLES SANTACRUZ Y PÖRVENIA, COLONIA LA NORIA, DELEGACION TLAHUIAC, MEXICO, D.F. | NUCLEO TIPICO PLANTA DE CIMENTACION Y DETALLES ESCALAS NO DADAS |
|--|--|---|

A.3

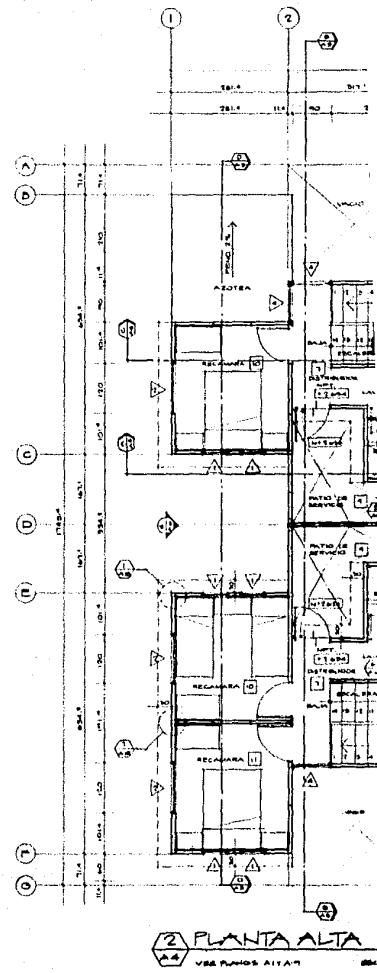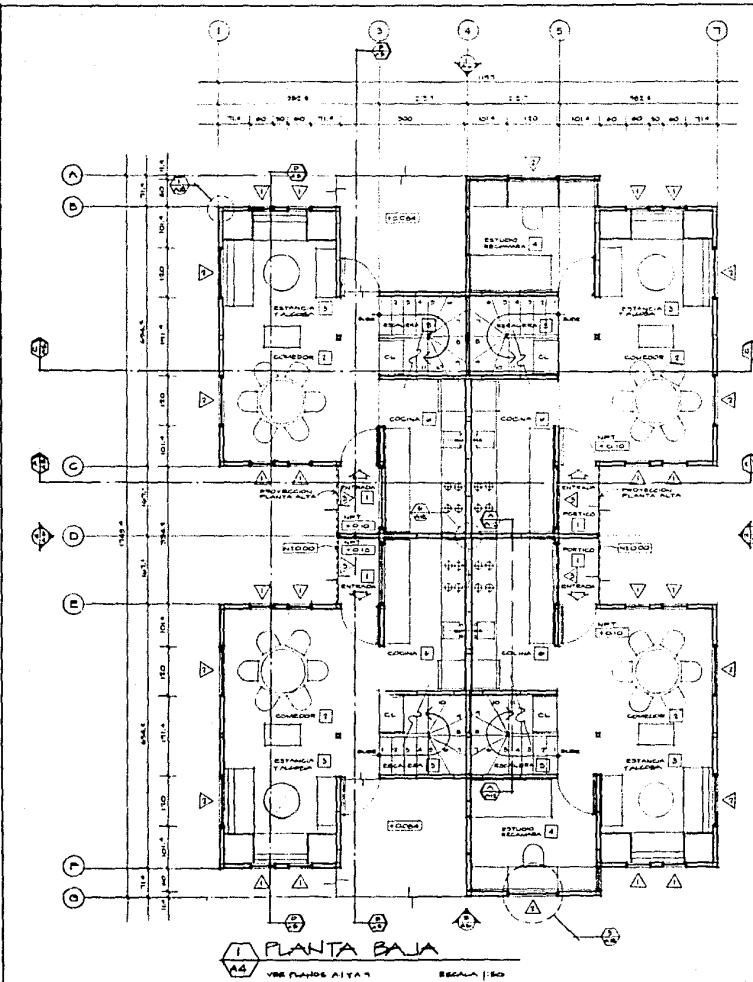

TESIS PROFESIONAL
MOISES KOPELIOVICH EFRATO
UNIVERSIDAD NACIONAL
MEXICO D.F. 1986

CONJUNTO HABITACIONAL DE INTERES SOCIAL
CALLEZ SANTA CRUZ Y PORVENIR, COLONIA LA NORALEZA, DELEGACION TLALHUAC, MEXICO


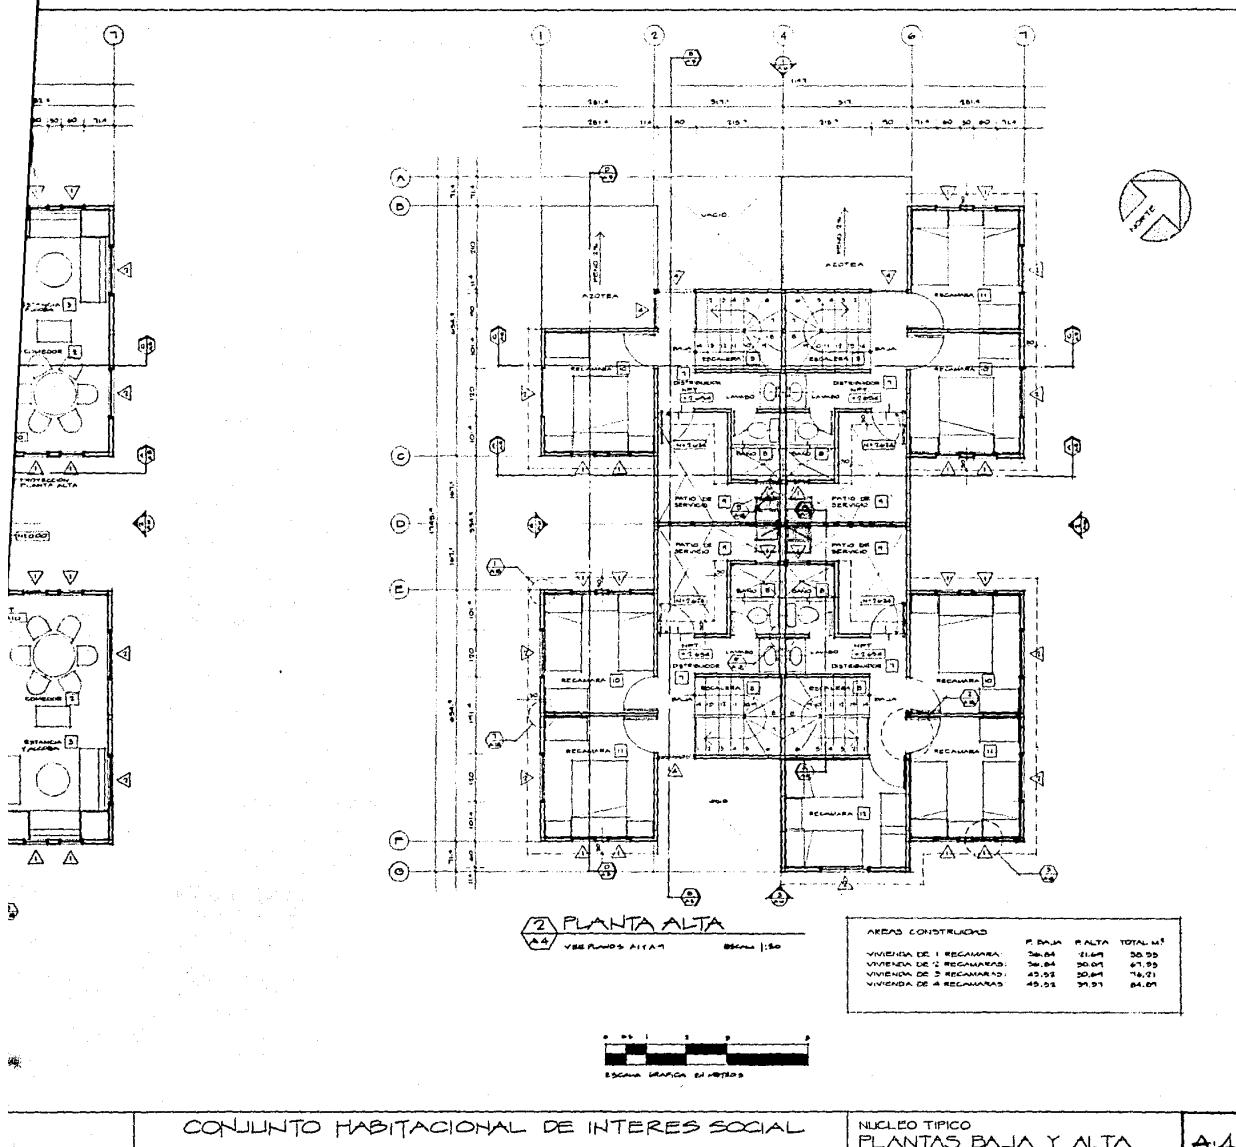


CONJUNTO HABITACIONAL DE INTERES SOCIAL

CALLEZ SANTACRUZ Y PORVENIR, COLONIA LA NOVALLERA, DEL. TLAJALPAN, MEXICO D.F.


NUCLEO TIPOICO
PLANTAS BAJA Y ALTA

A4

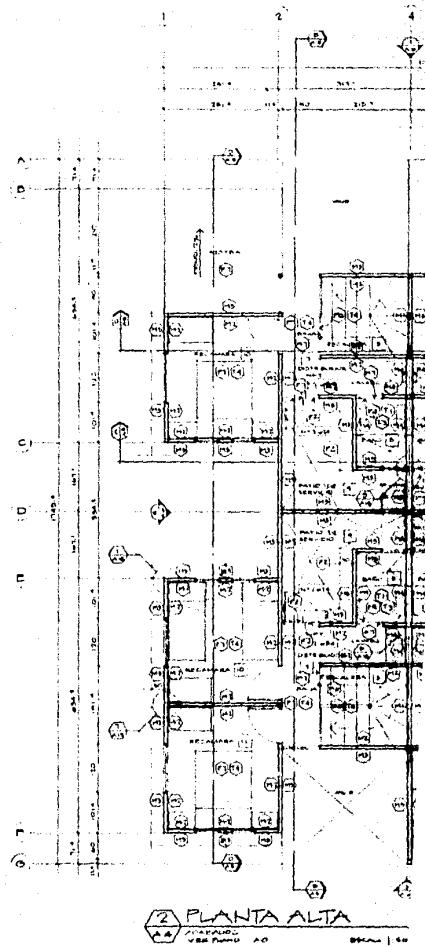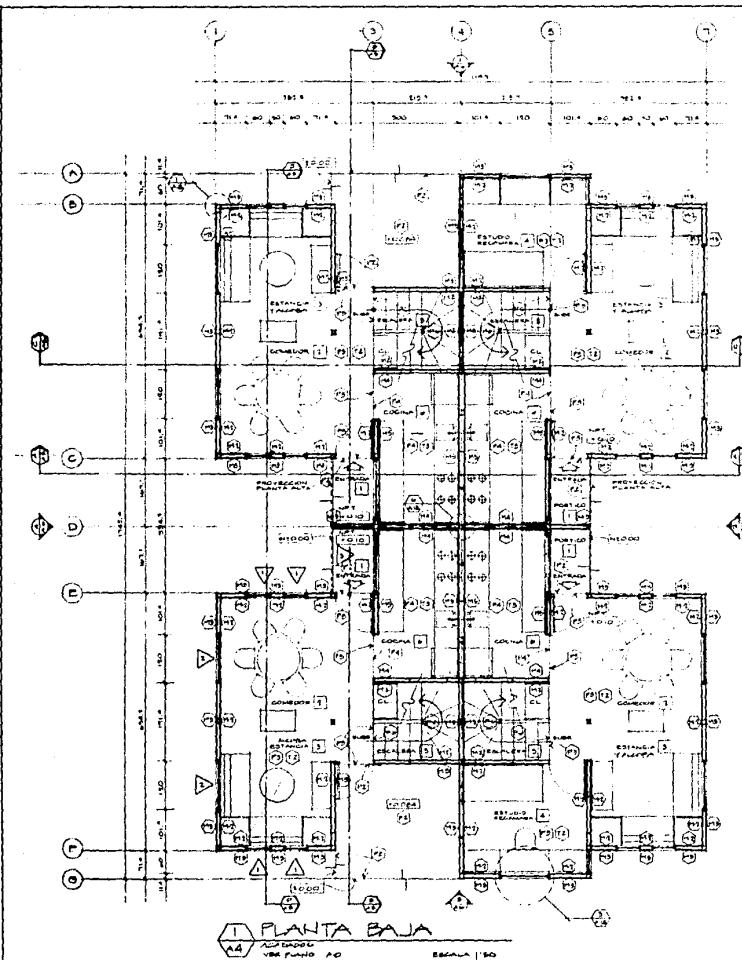


TESIS PROFESIONAL
MOÍSES KOPELIOVICH EFRATO
UNIVERSIDAD NACIONAL
MÉXICO D.F. 1986

CONJUNTO HABITACIONAL DE INTERÉS SOCIO
CALLEZ SANTACRUZ Y PORVENIR COLONIA LA HOTALERA DELEGACIÓN TLALPAN MÉXICO D.F.

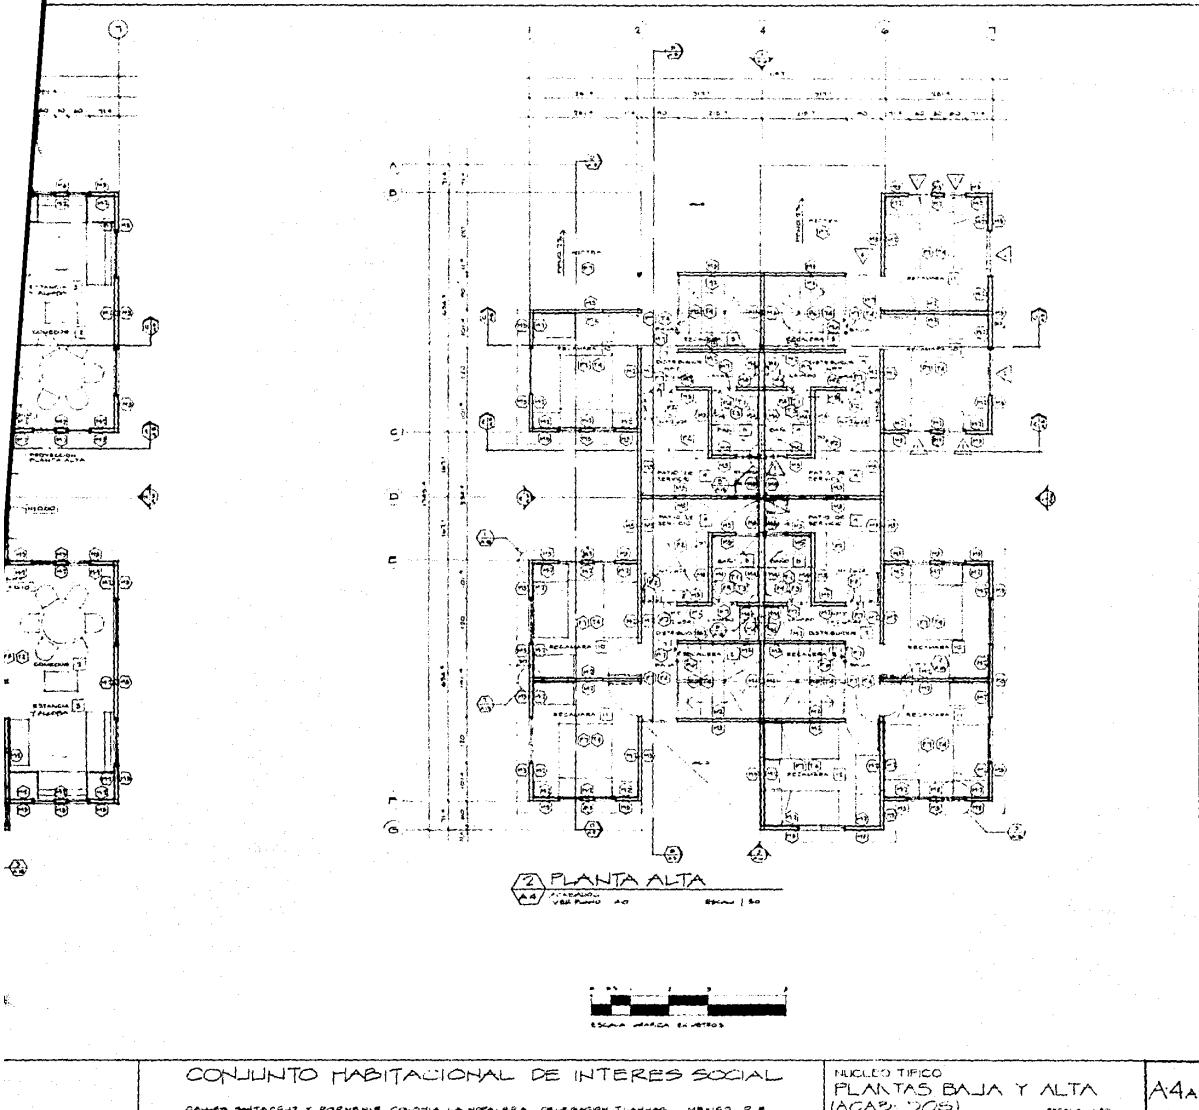


| | CONCEPTO | | PISOS | | | | MUROS | | | TECHOS | | | | | | | |
|---------------------------|--|------------------|----------|---------|----------|----------------------------------|----------------------------|--|-------------------|--------|-----|-----|-----|-----|-----|-----|-----|
| | ASFALTO CEMENTO TIRME DE CEMENTO TZULEJO MOSAICO MADERA TABLERO TEZONTE | PULPO CHOCLOS | APARENTE | TABLEDO | APARENTE | PINTURA VINILICA INT. AZULEJO | FALSO PINTURA REMDUR | PLAFOND PE X 2x20 PINTURA REMDUR | Esmalte MADERA | NATURE | | | | | | | |
| | P.1 | P.2 | P.3 | P.4 | P.5 | P.6 | P.7 | P.8 | M.1 | M.2 | M.3 | M.4 | M.5 | T.1 | T.2 | T.3 | T.4 |
| CIRCULACIONES | o | | | | | | | | | | | | | | | | |
| ESTACIONAMIENTO | | | | | | | o | | | | | | | | | | |
| ANDADORES | | o | | | | | | | | | | | | | | | |
| PATIOS | | o | | | | | | | | | | | | | | | |
| COMERCIO | | | o | | | | | | o | o | | | | | | o | |
| BODEGA | | | o | | | | | | o | o | | | | | | o | |
| SANITARIOS | | | | o | | | | | | o | o | | | | o | o | |
| SERVICIOS MEDICOS | | | o | | | | | | o | o | | | | | o | o | |
| AULAS | | | o | | | | | | o | o | | | | | o | o | |
| SALA/COMEDOR/ RECAMARA PB | | | o | | | | | | o | o | | | | | o | | |
| COCINAS | | | | o | | | | | | o | o | | | | | o | |
| BAÑOS | | | | o | | | | | | o | o | | | | o | o | |
| ESCALERAS | | | | | o | | | | | o | | | | | | o | |
| PATIOS DE SERVICIO | | | o | | | | | | | o | | | | | | | |
| SECRETARIA / DIRECCION | | | o | | | | | | o | o | | | | | o | o | |
| RECAMARAS PLANTA ALTA | | | | o | | | | | | | | | | | o | o | o |
| | | | | | | | | | | | | | | | | | |
| | | | | | | | | | | | | | | | | | |
| | | | | | | | | | | | | | | | | | |

TABLA DE ACABADOS

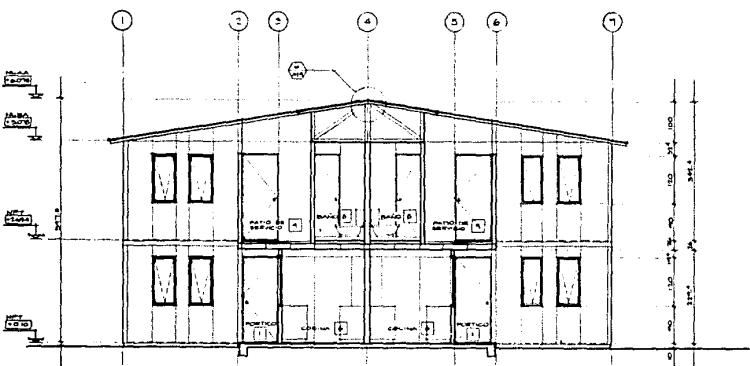


A SECCION

VER PLANO A-A ESCALA 1:50

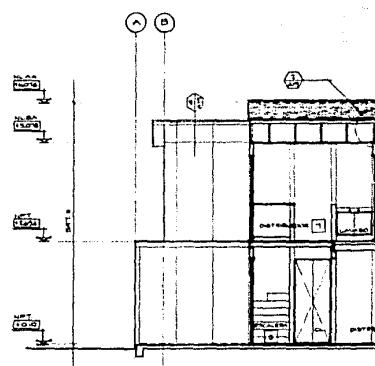


B SECCION

VER PLANO A-A ESCALA 1:50

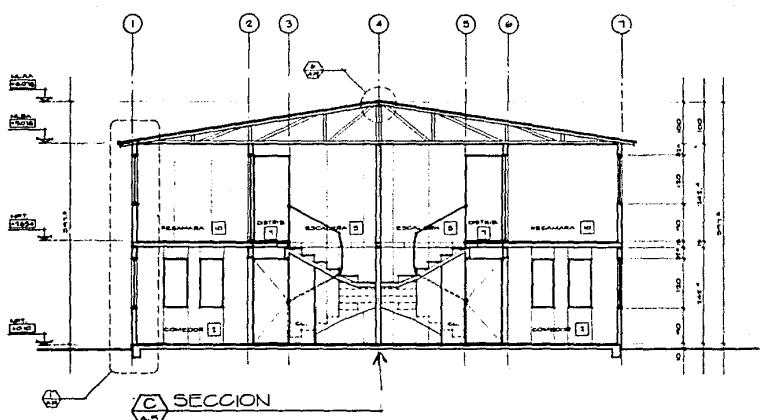





C SECCION

VER PLANO A-A ESCALA 1:50

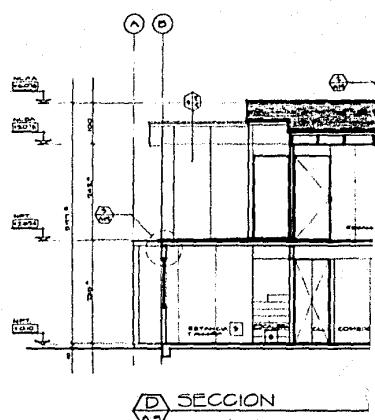

D SECCION

VER PLANO A-A ESCALA 1:50

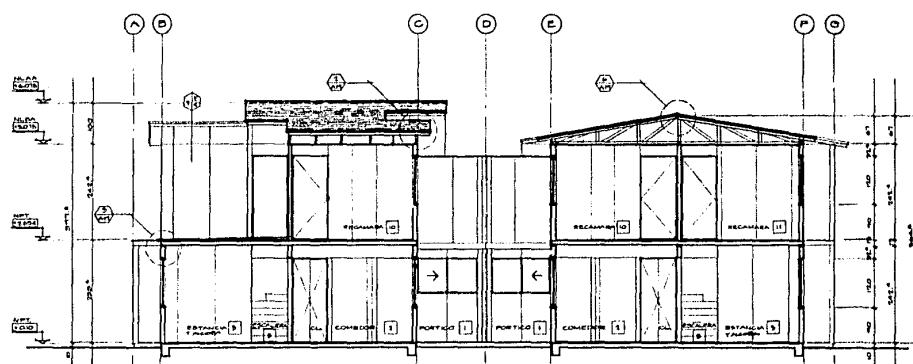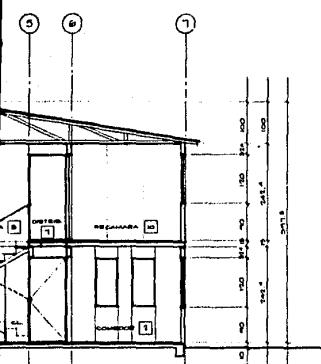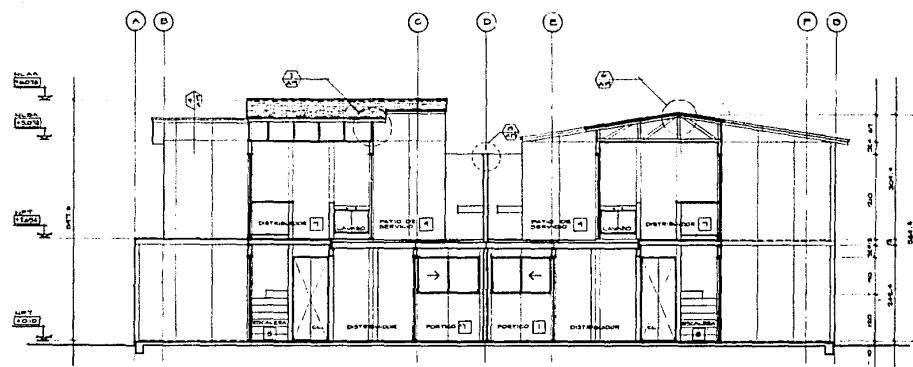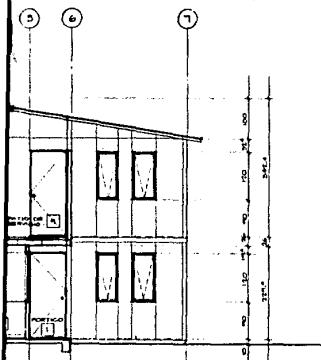

STO
1986


CONJUNTO HABITACIONAL DE INTERES SOCIAL

CALLES SANTA CRUZ Y POSEYENIR, COLONIA LA NORTEÑA, DELEGACION TLALPACO, MEXICO, D.F.


NUCLEO TIPICO
SECCIONES

A5


ESCALA: 1:50

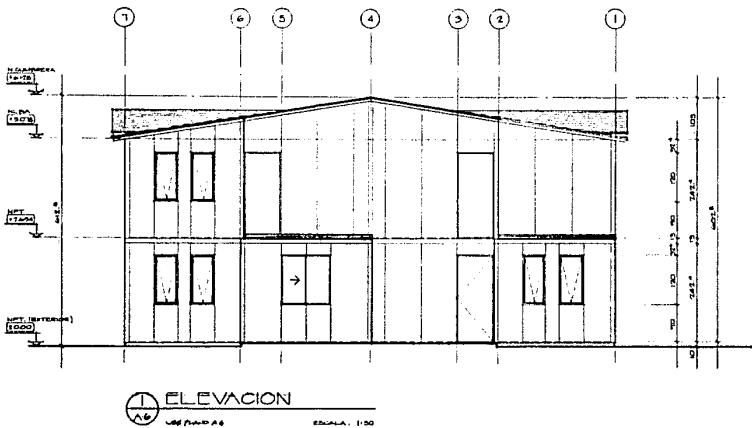


1 ELEVACION
VIE PLANO A-B ESCALA 1:50

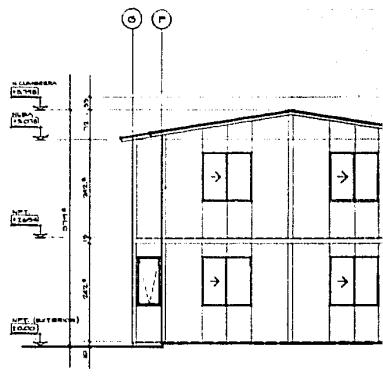



2 ELEVACION
VIE PLANO A-B ESCALA 1:50

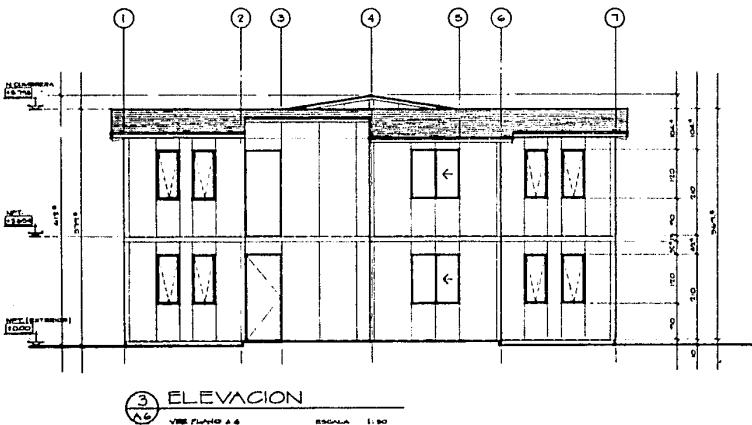



3 ELEVACION
VIE PLANO A-B ESCALA 1:50

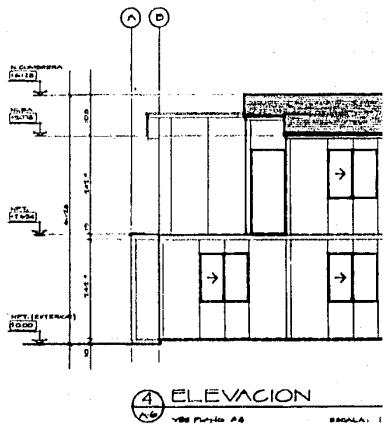


4 ELEVACION
VIE PLANO A-B ESCALA 1:50

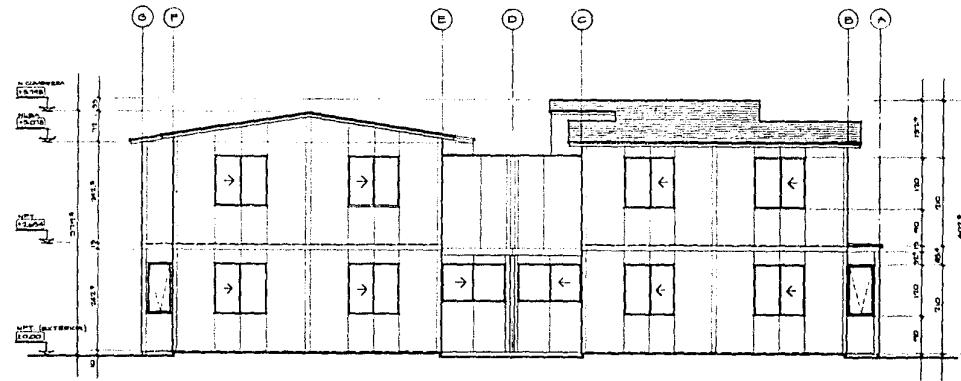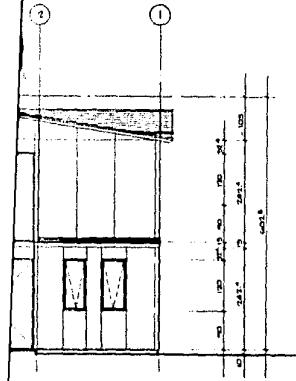

② ELEVACION
VIST PLANO A-B
ESCALA: 1:50

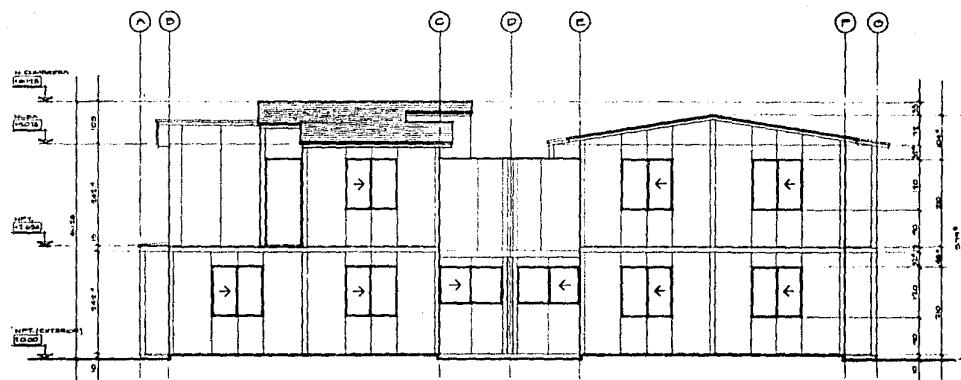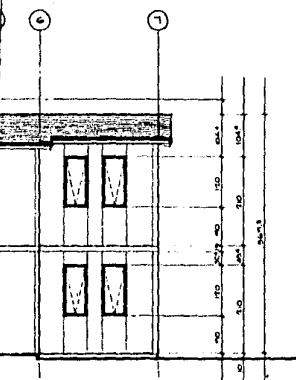

④ ELEVACION
VIST PLANO A-B
ESCALA: 1:50

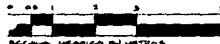



| |
|--|
| |
|--|

CONJUNTO HABITACIONAL DE INTERES SOCIAL
CALLEZ SANTA CRUZ Y PORVENIR, COLONIA LA NORALERA, DELLEGACION TLALOC, MEXICO, D.F.

NUCLEO TIPICO
ELEVACIONES
ESCALA: 1:50

A-6

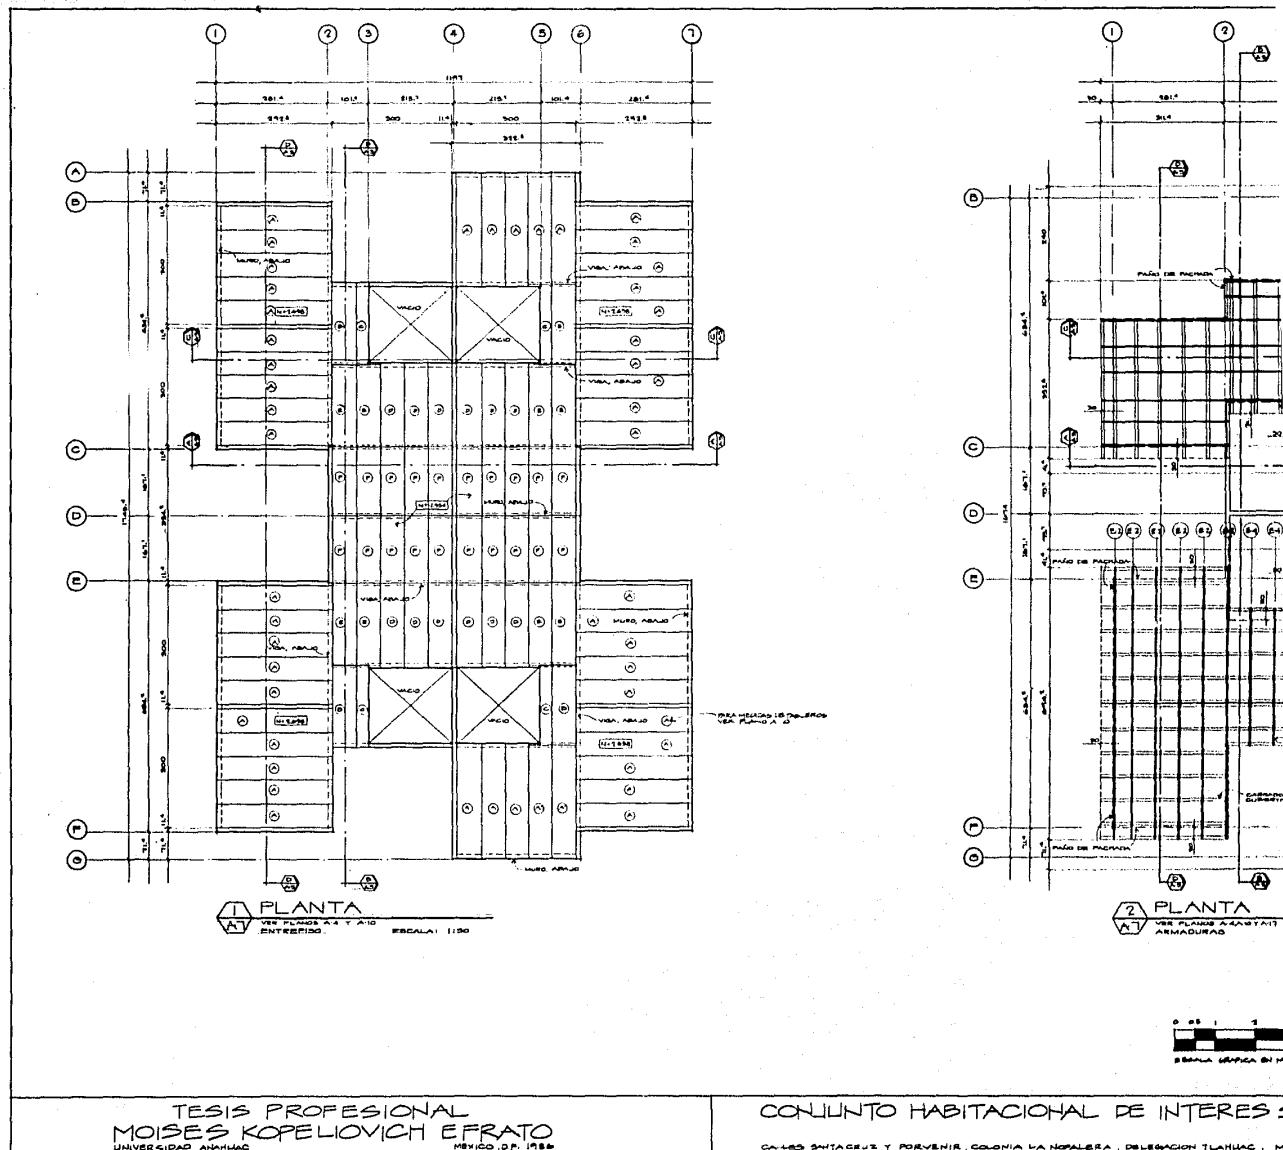

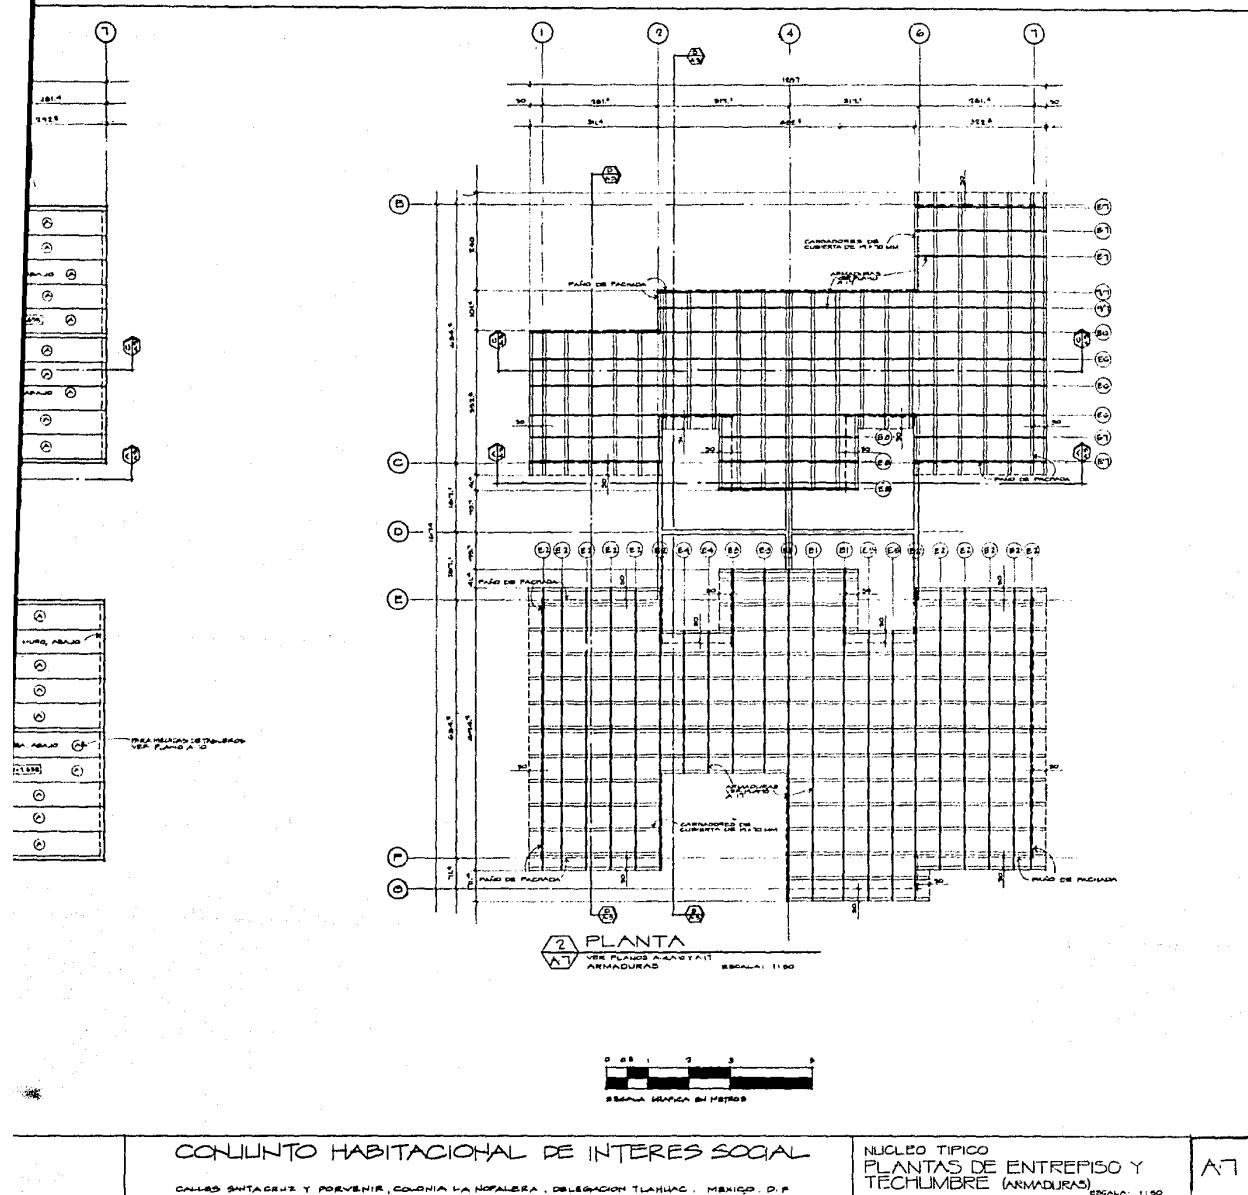



CONJUNTO HABITACIONAL DE INTERES SOCIAL


CALLES SANTA CRUZ Y PORVENIR, COLONIA LA NOVILLERA, DELEGACION TLALHUAC, MEXICO, D.F.


NUCLEO TIPICO
PLANTAS DE ENTREPISO Y
TECHUMBRE (ARMADURA) ESCALA 1:100

A7

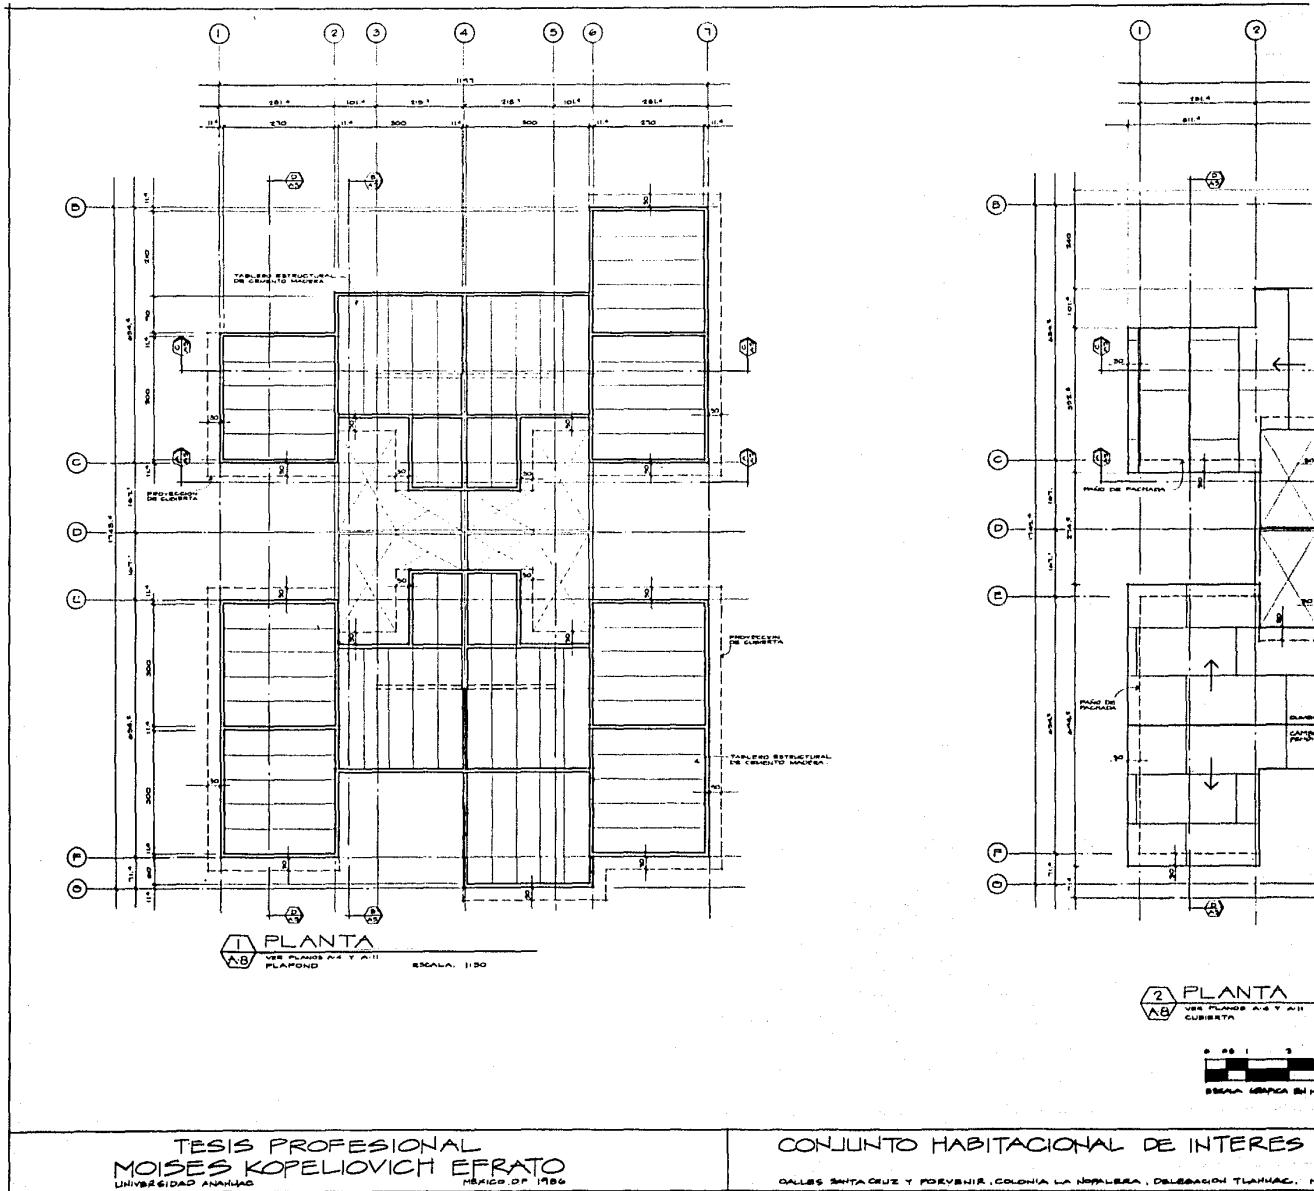

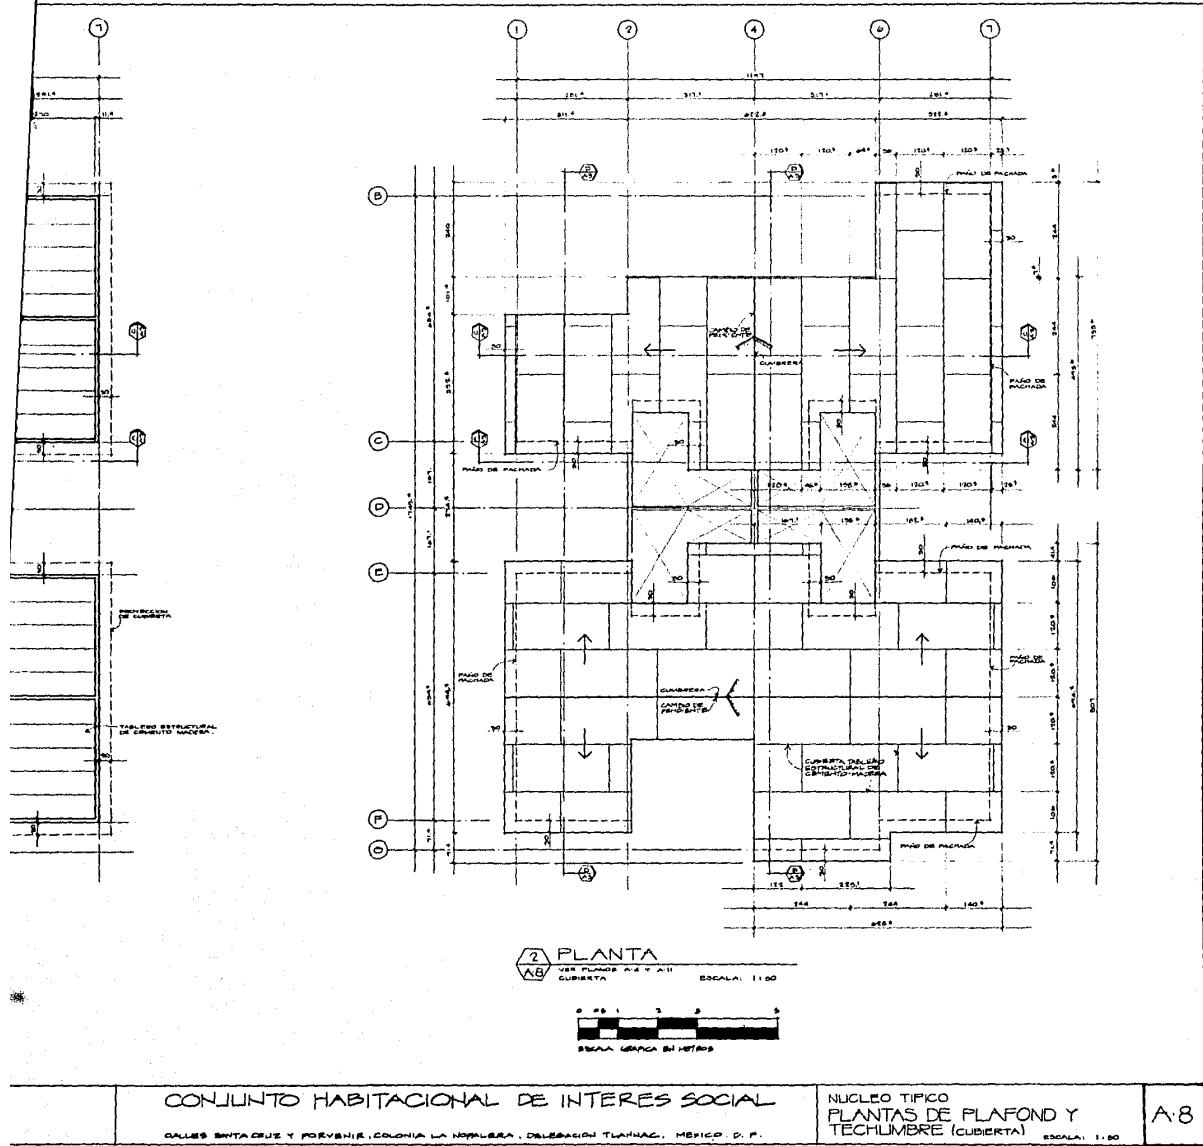

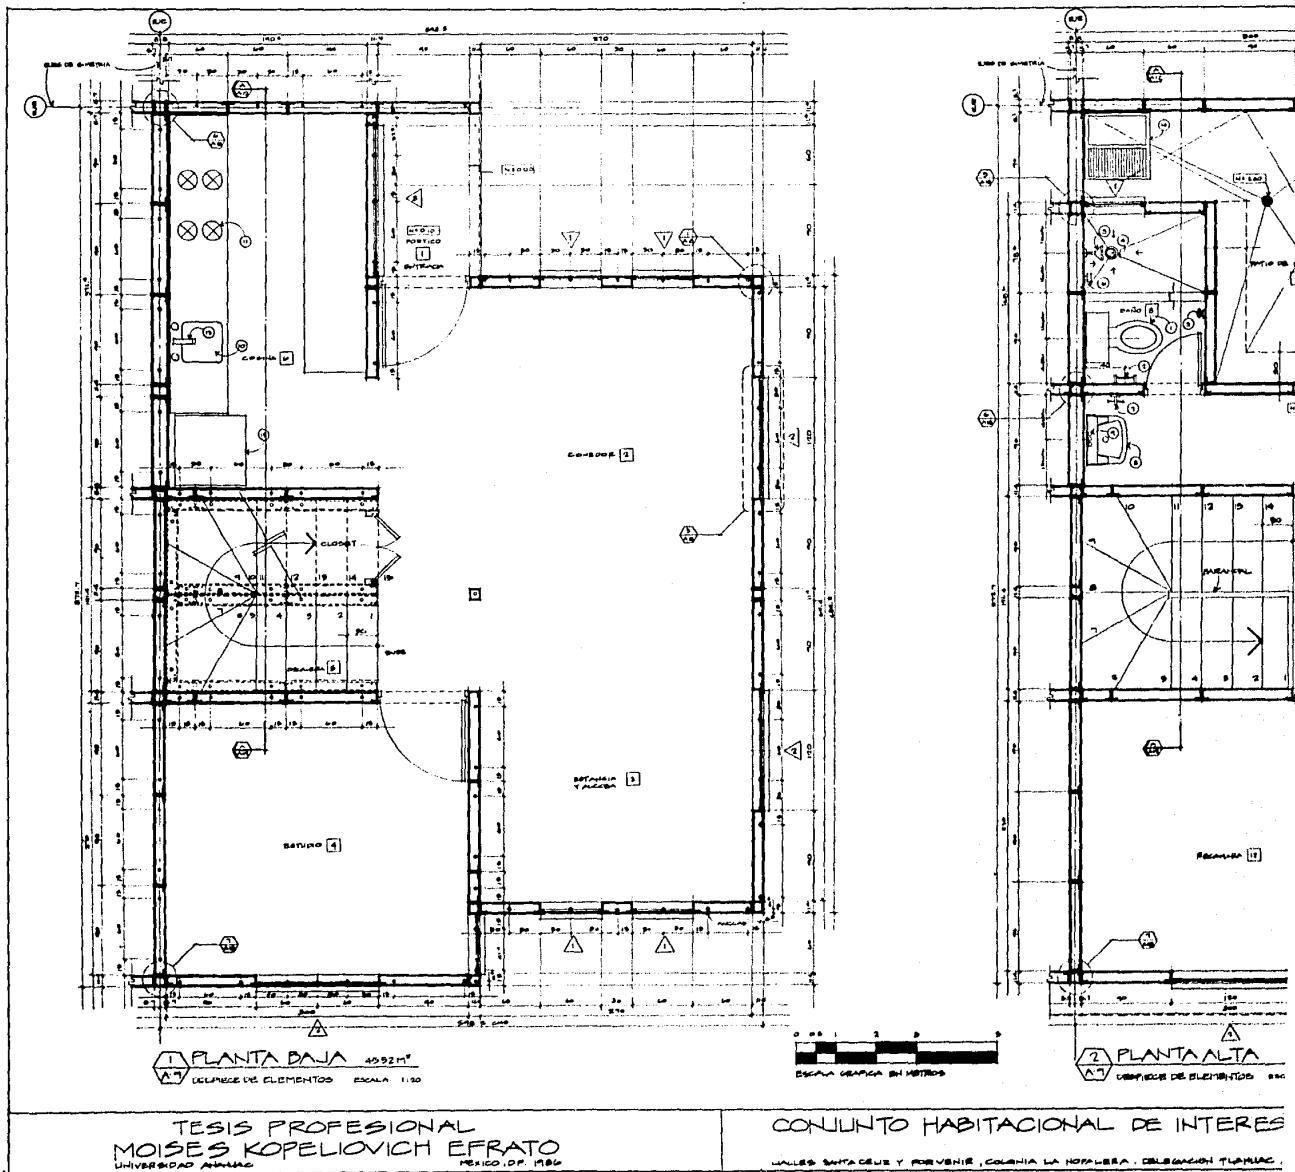

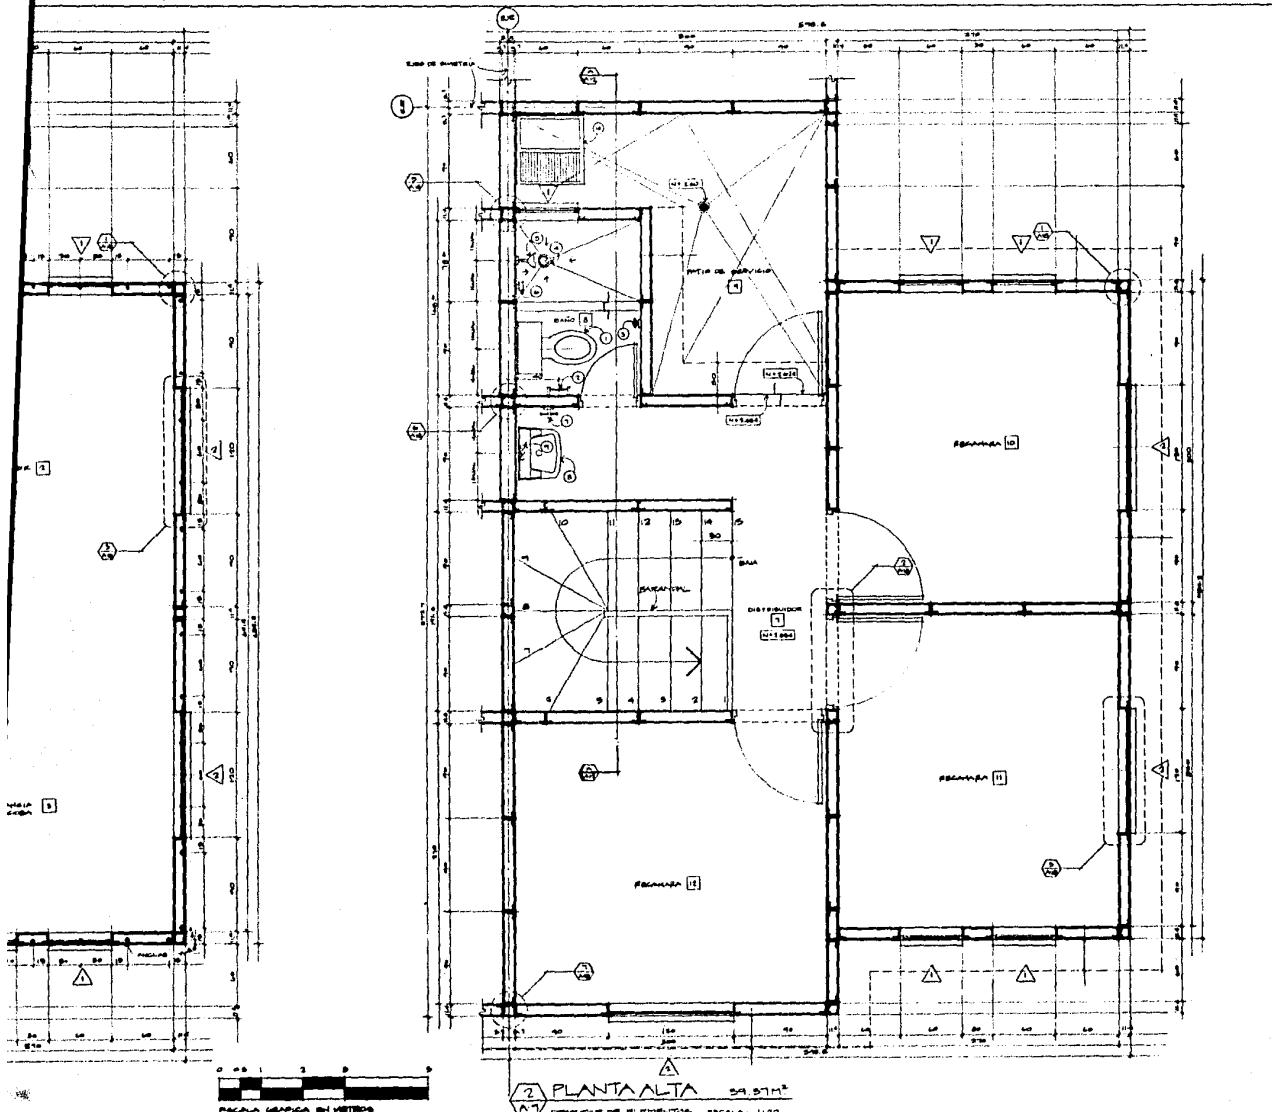


CONJUNTO HABITACIONAL DE INTERES SOCIAL

VALLES SANTA CELIA Y PUEBLITO, COLONIA LA NORIA, DELEGACION TLAHUAC, MEXICO, D. F.

VIVIENDA TÍPICA
PLANTAS BAJA Y ALTA
EN DETALLE.

ESCALA 1:10

A.9

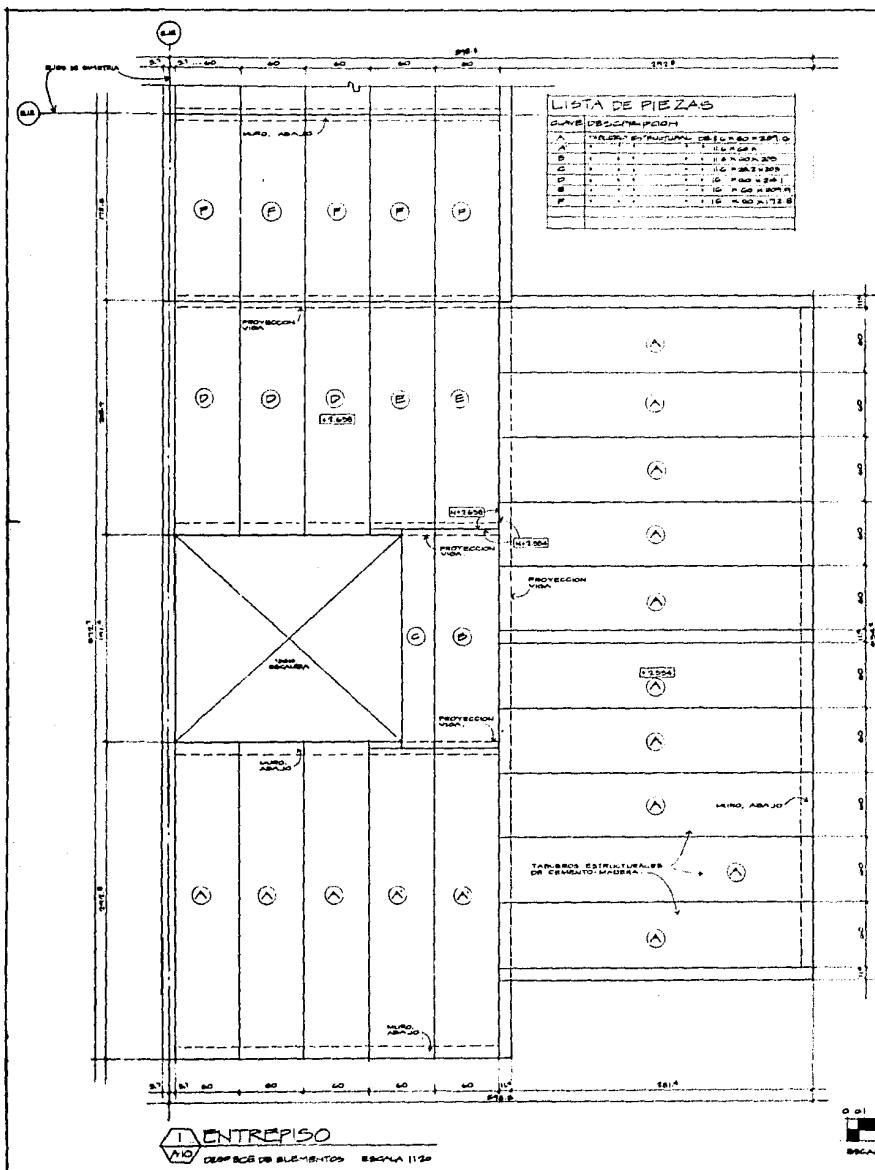


CONJUNTO HABITACIONAL DE INTERES

CALLES SANTA CRUZ Y PORVENIR, COLONIA LA NOPALERA, DELEGACION TLALPAC.

TESIS PROFESIONAL
MOISES KOPELIOVICH EFRATO
UNIVERSIDAD ANAHUAC
MEXICO, D.F. 1986

TECHUMBRE

ARMADURAS. ESCALA 1:20

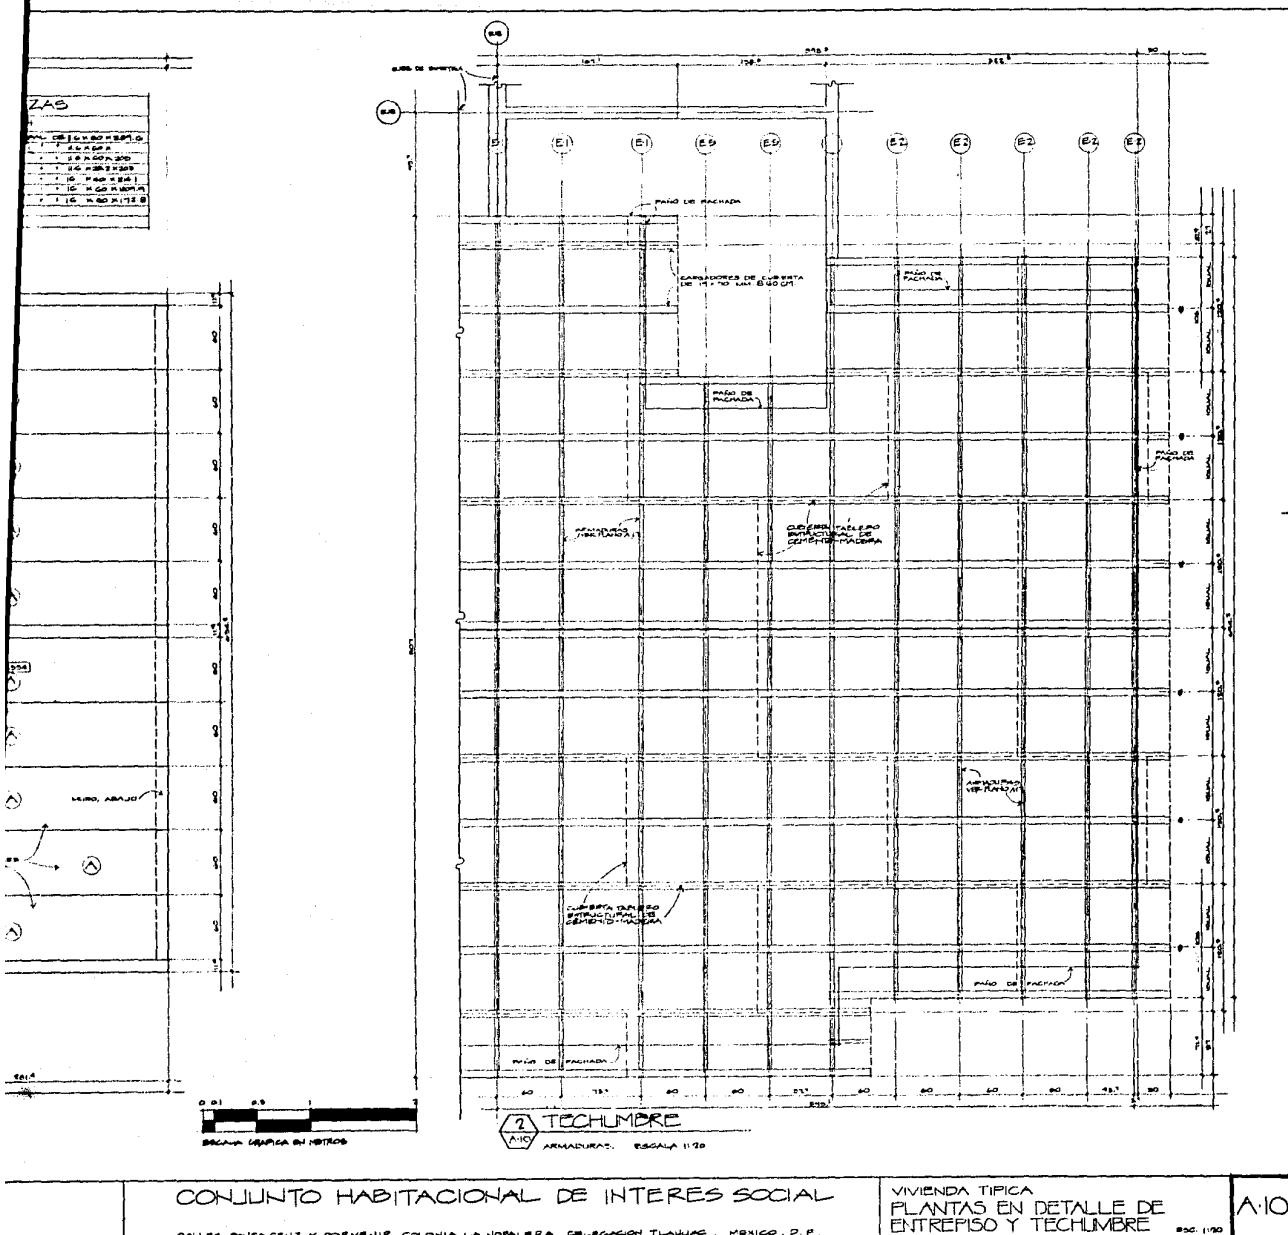


CONJUNTO HABITACIONAL DE INTERES SOCIAL


CALLE 20 SANTA FE 23 Y POTOSI 100 COLONIA LA NORALETA DELEGACION TLALHUAC MEXICO D.F.


VIVIENDA TÍPICA PLANTAS EN DETALLE DE ENTREPISO Y TECHUMBRE

10

50

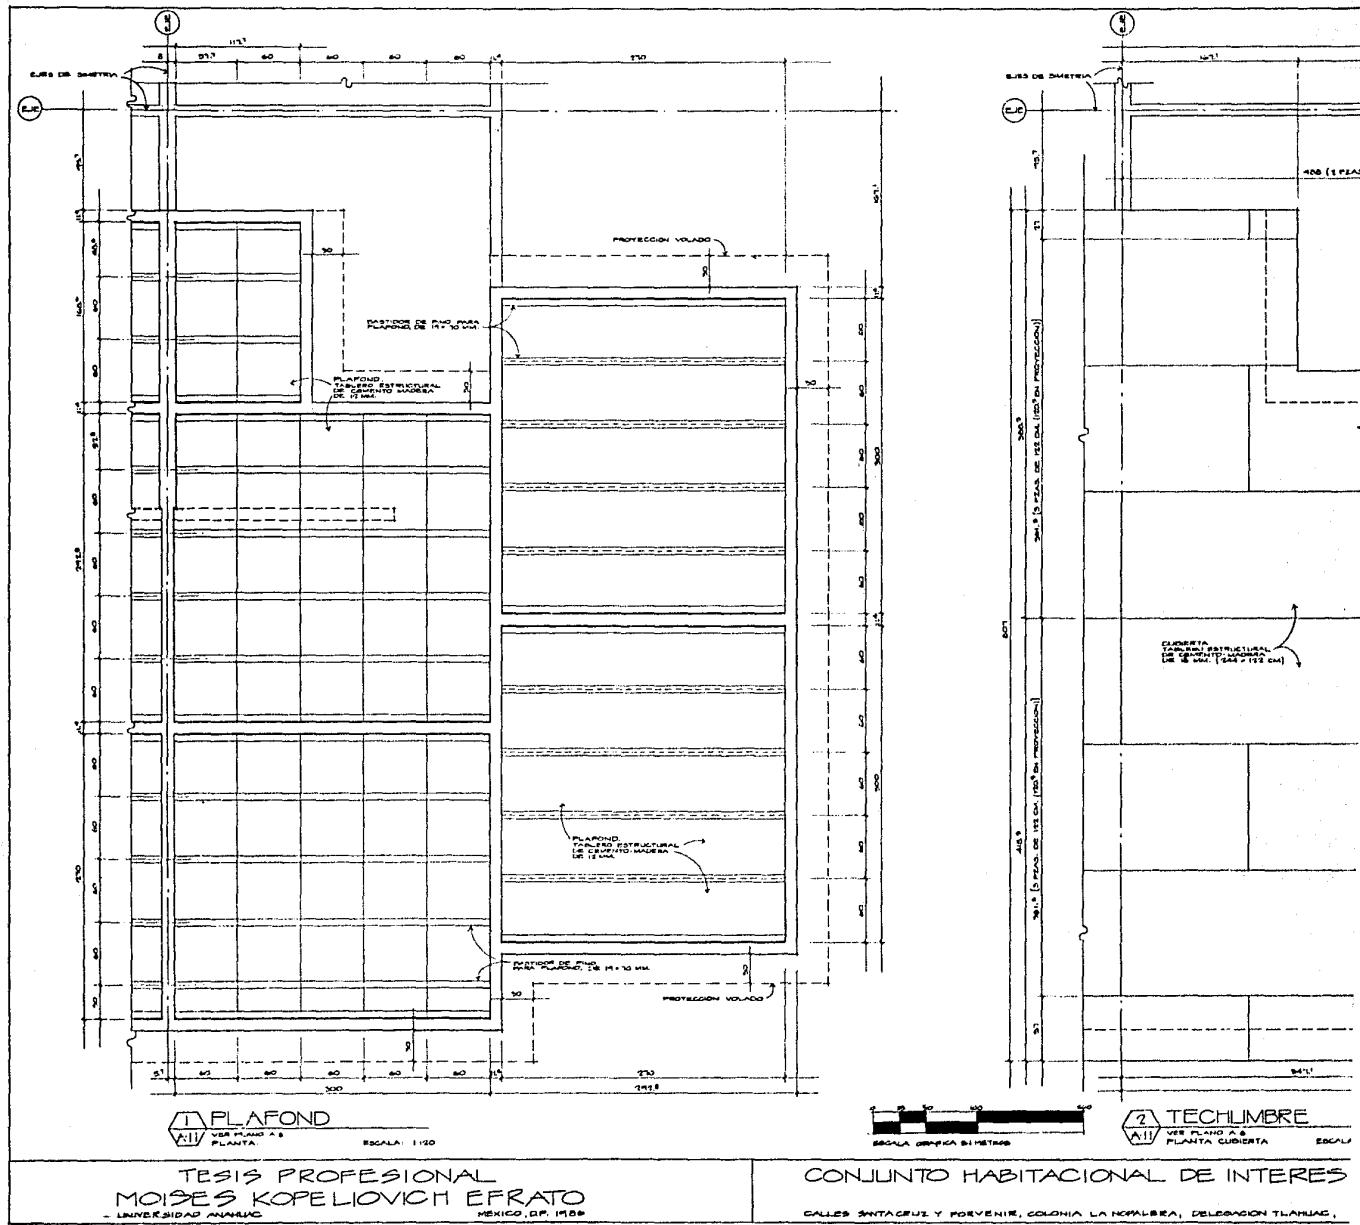

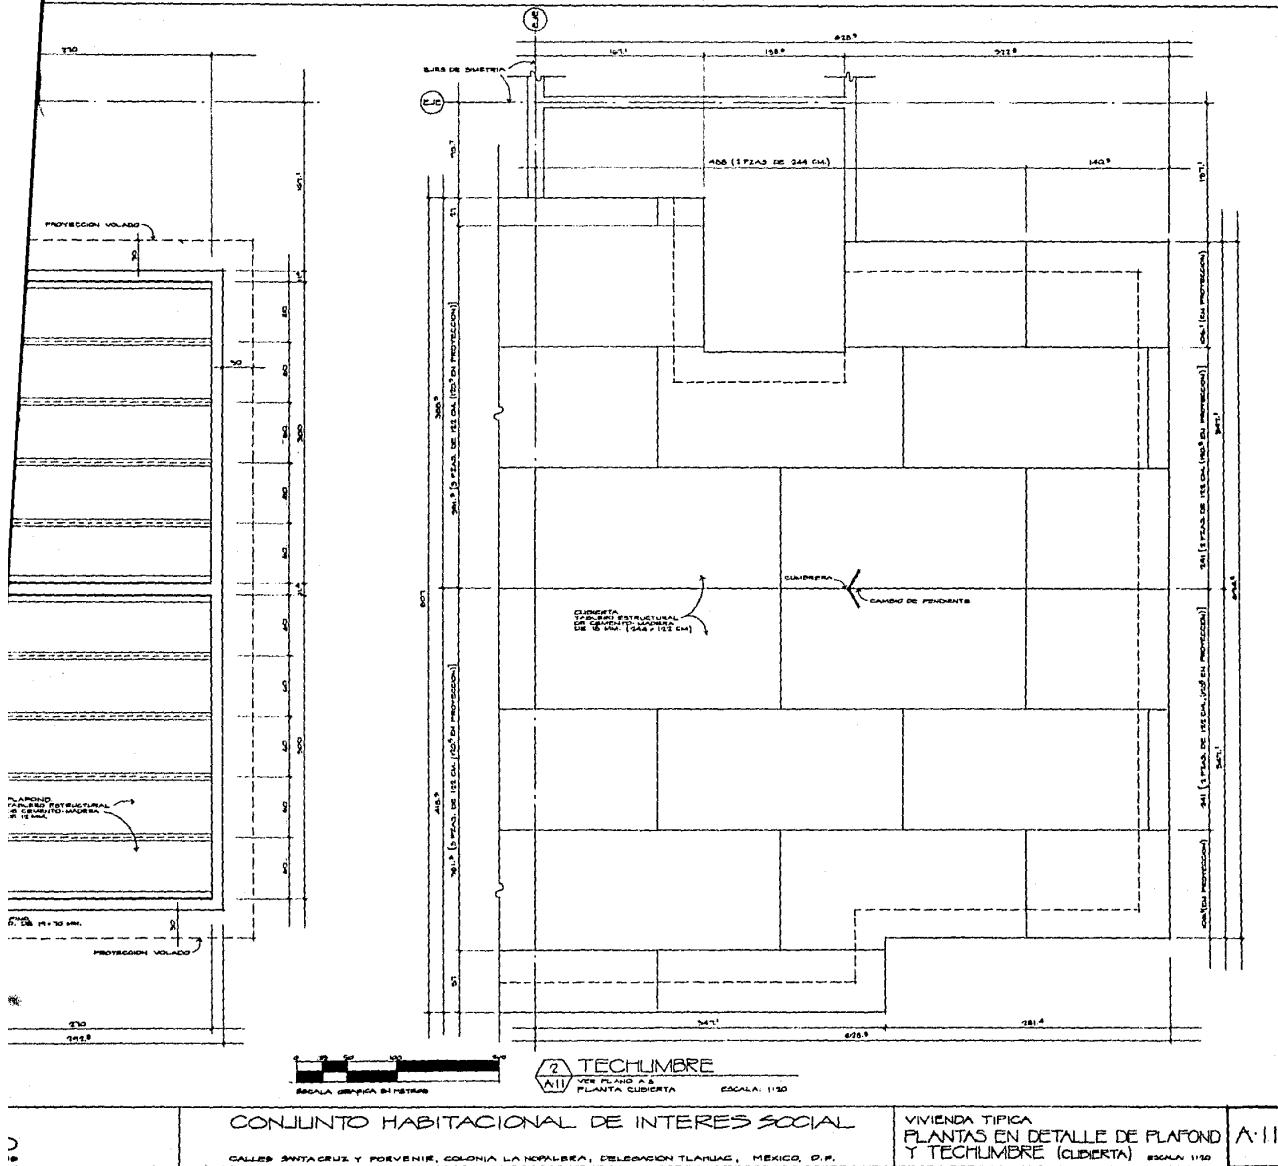

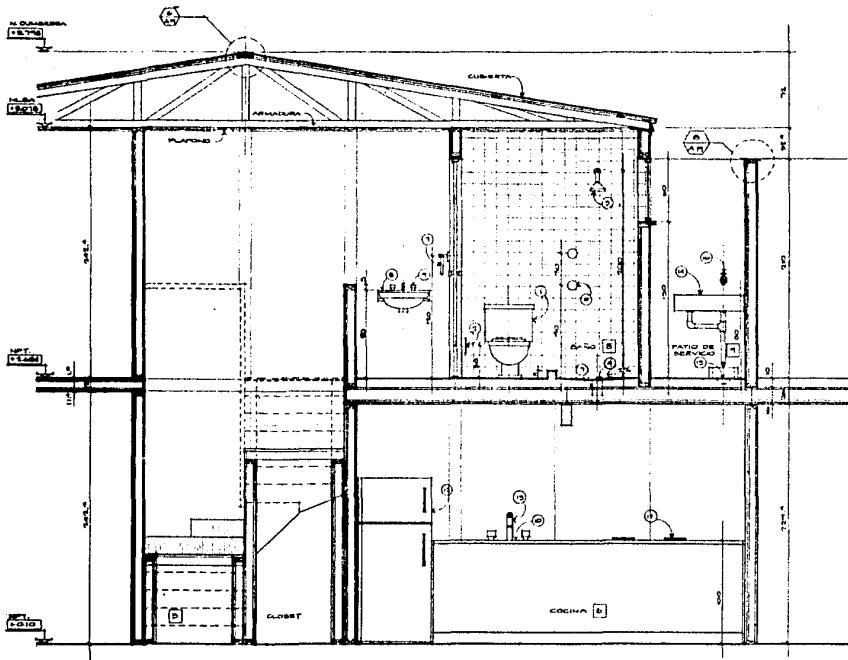


SECCION


VISTAS A-B
BAÑO Y COCINA

Escala 1:50

TABLA DE MUEBLES Y ACCESORIOS


| | |
|----|--|
| 1 | ARMARIO OJALADO IDEAL STANDARD |
| 2 | PORTA ROLLO DE PAPEL DE SOPORTERIA IDEAL STANDARD |
| 3 | DANCHO DOBLE ERICANO 3000 ABS IDEAL STANDARD |
| 4 | ARMARIO OJALADO 3000 ABS IDEAL STANDARD |
| 5 | RESPONDA MERCURIO CUMIENDO ARTICULADO CLAVE 318 IDEAL STANDARD |
| 6 | MESCLADORA PARA REFRIGERADA 3900 IDEAL STANDARD |
| 7 | TOQUELLERO DE ARROZADA CRISTALADO IDEAL STANDARD |
| 8 | CABO DE LLAVES IDEAL STANDARD |
| 9 | TARJA DE ACERO INOXIDABLE |
| 10 | GRABACIONES |
| 11 | ARMARIO DE PISO |
| 12 | LLAVES CON MEZCLADORA IDEAL STANDARD |
| 13 | LAVADERO |
| 14 | LOUVRE CRISTAL CRISTAL |
| 15 | ARMARIO DE PISO DE 60 ANH MM |
| 16 | ARMARIO DE PISO DE 60 ANH MM |

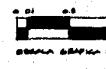

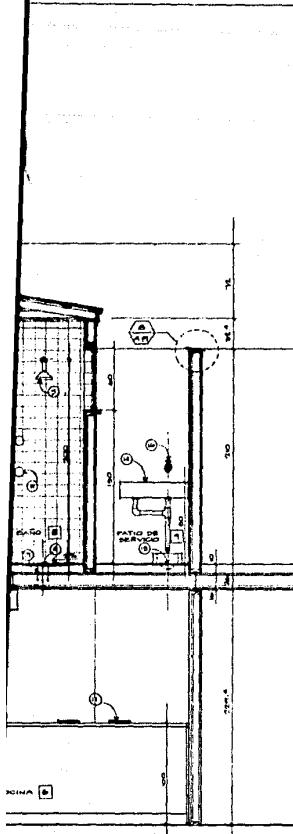

DE MUEBLES Y ACCESORIOS

| |
|--|
| LAVABO STANDAR |
| PAPEL DE SABONERIA, IDEAL STANDARD |
| MONDO BIDET (S), IDEAL STANDARD |
| IND CUBIERTO RETILLOADO CLAVES STD, IDEAL STANDARD |
| A RESEÑERA TIRTE, IDEAL STANDARD |
| KILLA CERRADO, IDEAL STANDARD |
| TRABA ATORNILLADA |
| * IDEP. STANDAR |
| MONTEBLE |
| LUMINARIA, IDEAL STANDARD |
| ALUMINIO, |
| REFRIGERAD |
| LDR. AUTO. MA. |

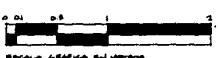


CONJUNTO HABITACIONAL DE INTERES SOCIAL

CALLES SANTA CRUZ Y PORVENIR, COLONIA LA NOVALERA, DELEGACION TLALPACO, MEXICO, D.F.


**VIVIENDA TIPICA
SECCION EN DETALLE POR
BAÑOS Y COCINA.**
ESCALA, 1:100


A-12

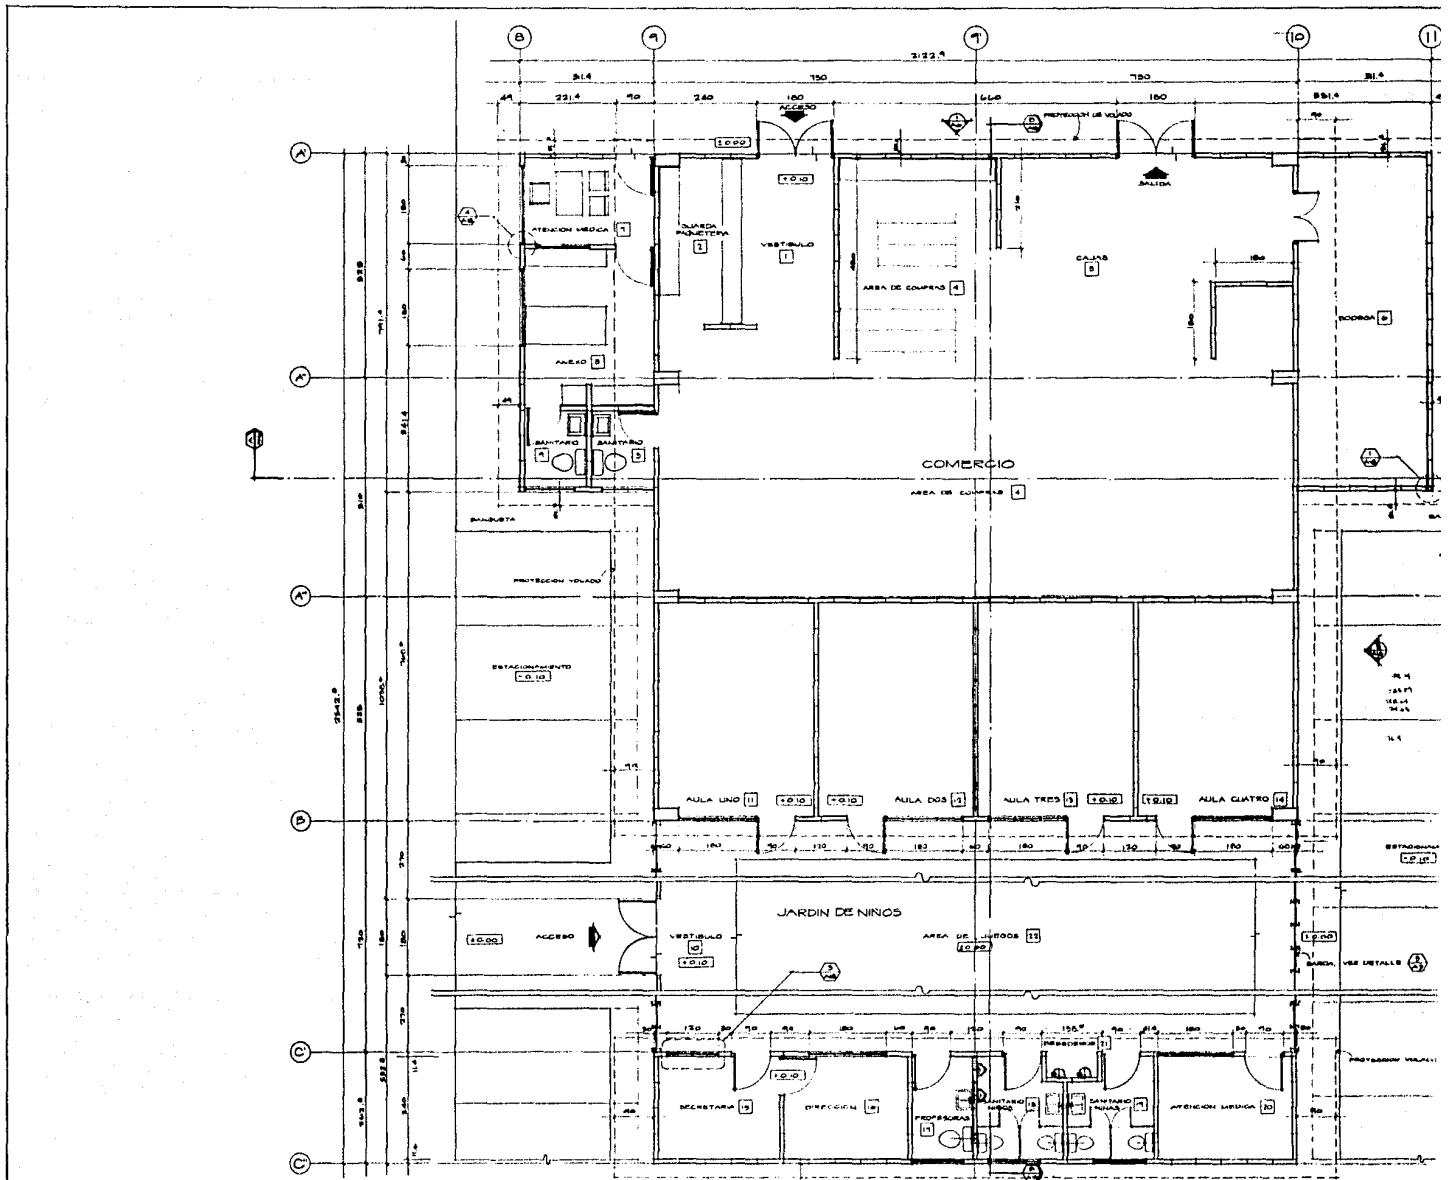

TESIS PROFESIONAL
MOISES KOPELIOVICH EFRATO
UNIVERSIDAD ANÁHUI
MÉXICO DF 1966


CONJUNTO HABITACIONAL DE INTERES SOC
CALLE SANTA CRUZ Y POTOSÍ, COLONIA LA HOPALERA, DELEGACIÓN TLALPAN, MÉXICO.

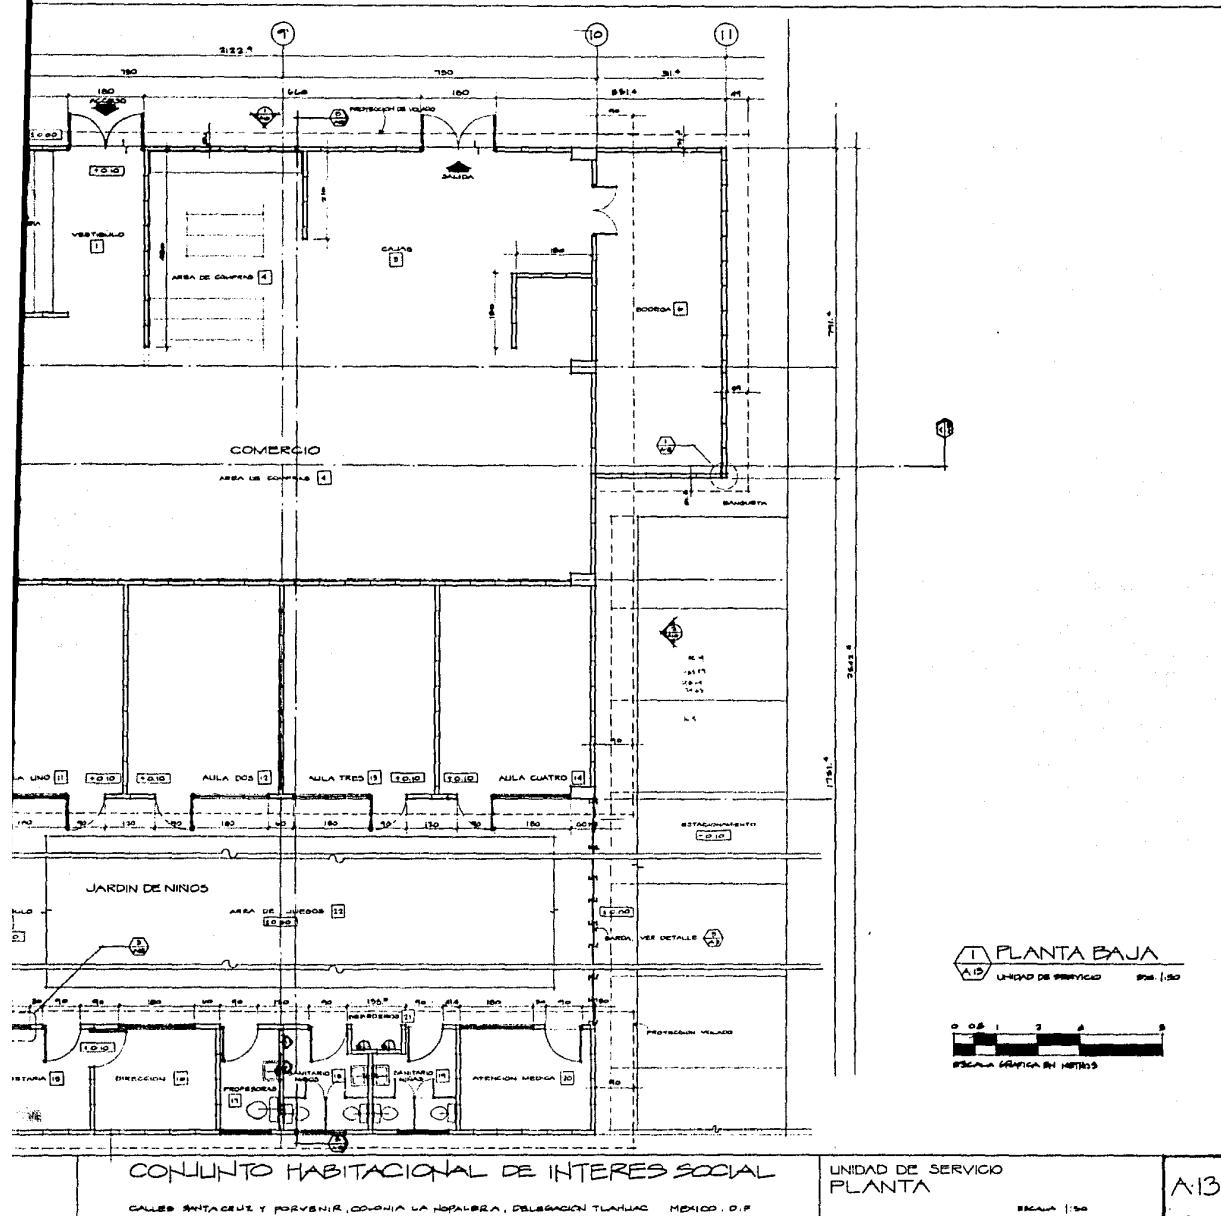

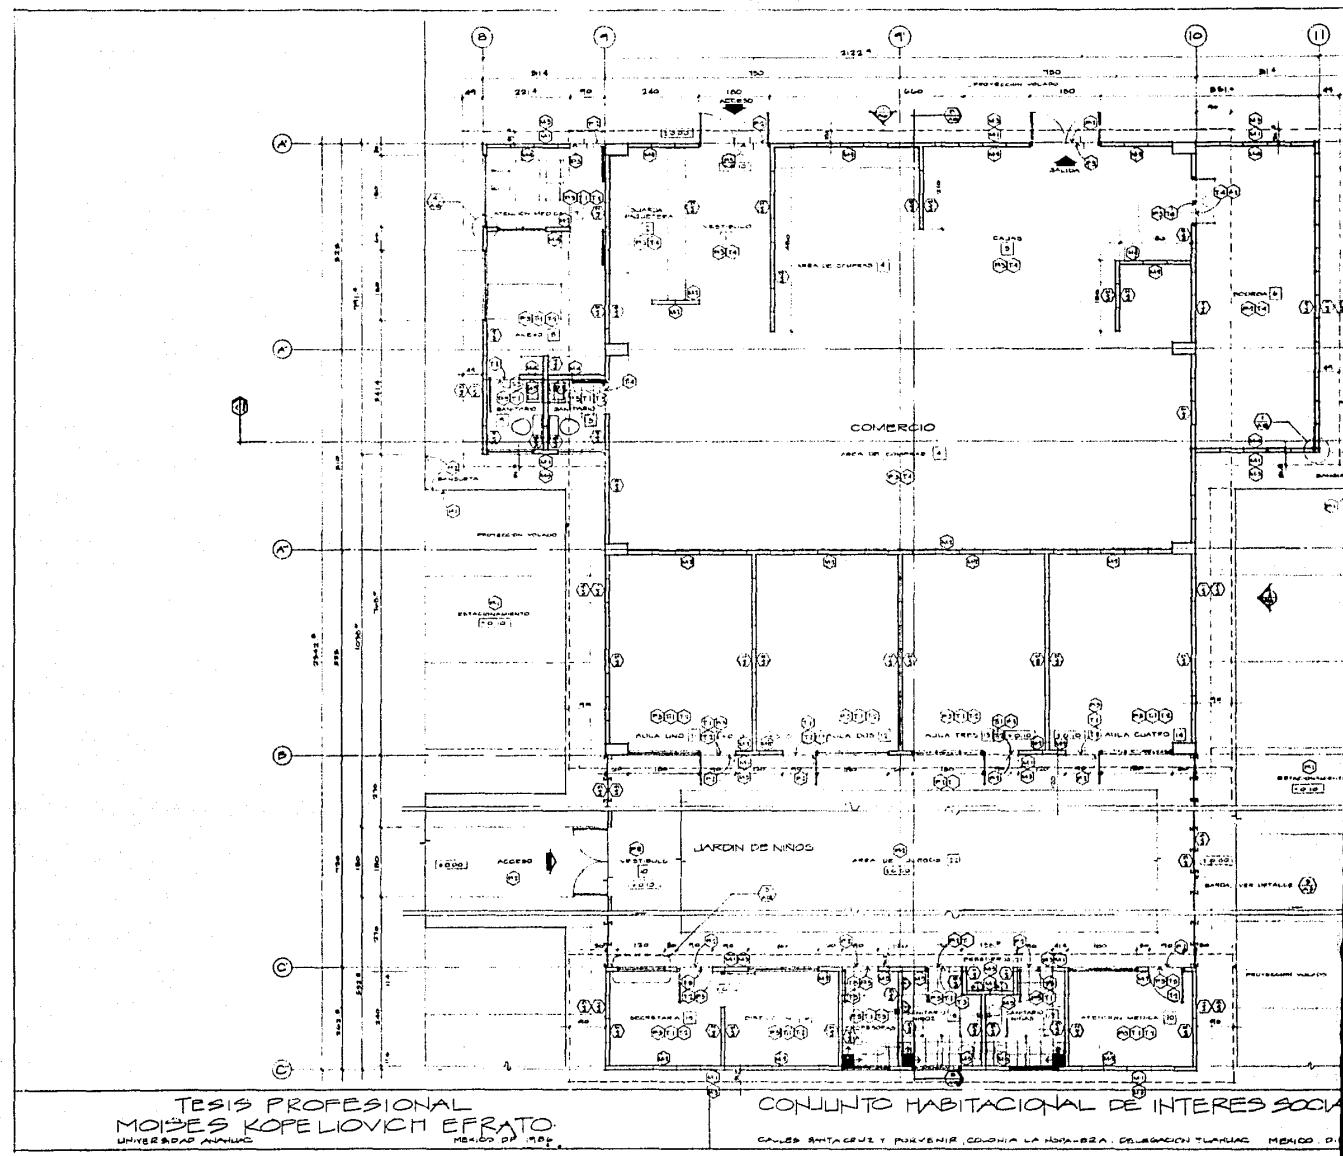

TESIS PROFESIONAL
MOÍDES KOPELOVICH EFRAÍM
UNIVERSIDAD ANÁLISIS
MÉXICO D.F. 1982

CONJUNTO HABITACIONAL DE INTERES SOCIAL
CARLOS ANTACURRY Y POKVENIR, COLONIA LA HOGUERA, DELEGACIÓN TLAHUIZCOYA, MÉXICO, D.F.

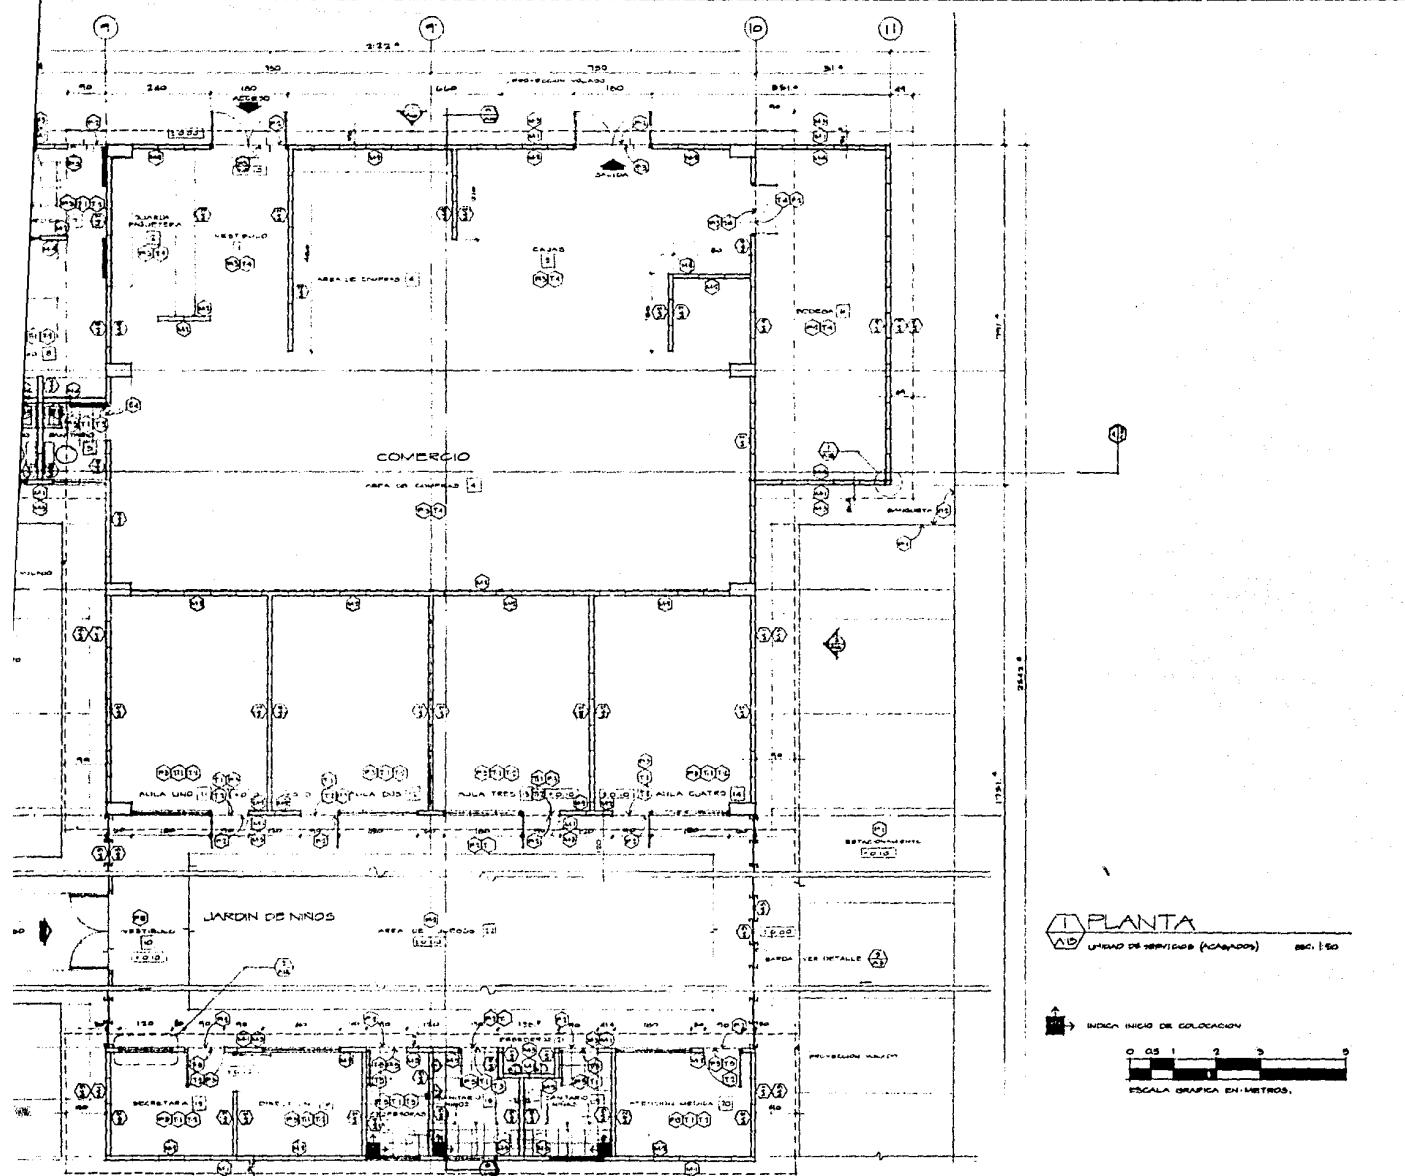


CONJUNTO HABITACIONAL DE INTERES SOCIAL
CALLEZ ANTIGUAS Y PORVENIR, COLONIA LA NORA-B2A, DELEGACION TLALPAN, MEXICO, D.F.

UNIDAD DE SERVICIOS
PLANTA (ACABADOS)

ESCALA, 1:50


A:13A


PLANTA
UD
UNIDAD DE SERVICIOS (ACABADOS) 1:50
INDICA INICIO DE COLOCACION
0 0.5 1 2 3 4
ESCALA GRAFICA EN METROS.

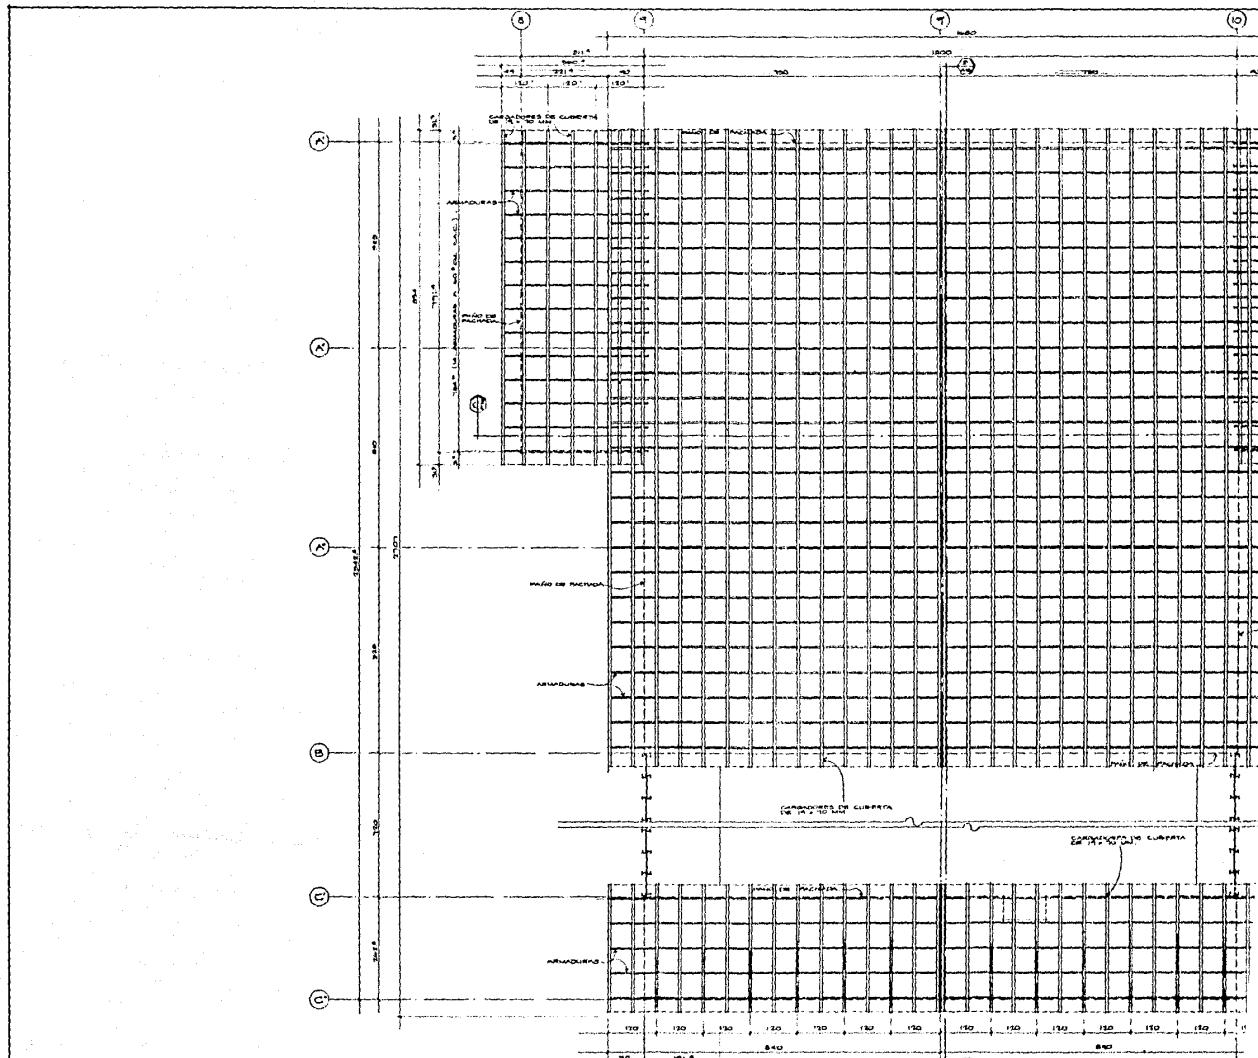


TESIS PROFESIONAL
MOISES KOPELHOVICH EFRATO
UNIVERSIDAD NACIONAL
MEXICO D.F. 1956

CONJUNTO HABITACIONAL DE INTERÉS
CALLE SANTA CRUZ Y POEYSENIR, COLONIA LA NOPALERA, DELIMITACIÓN TLALPAN

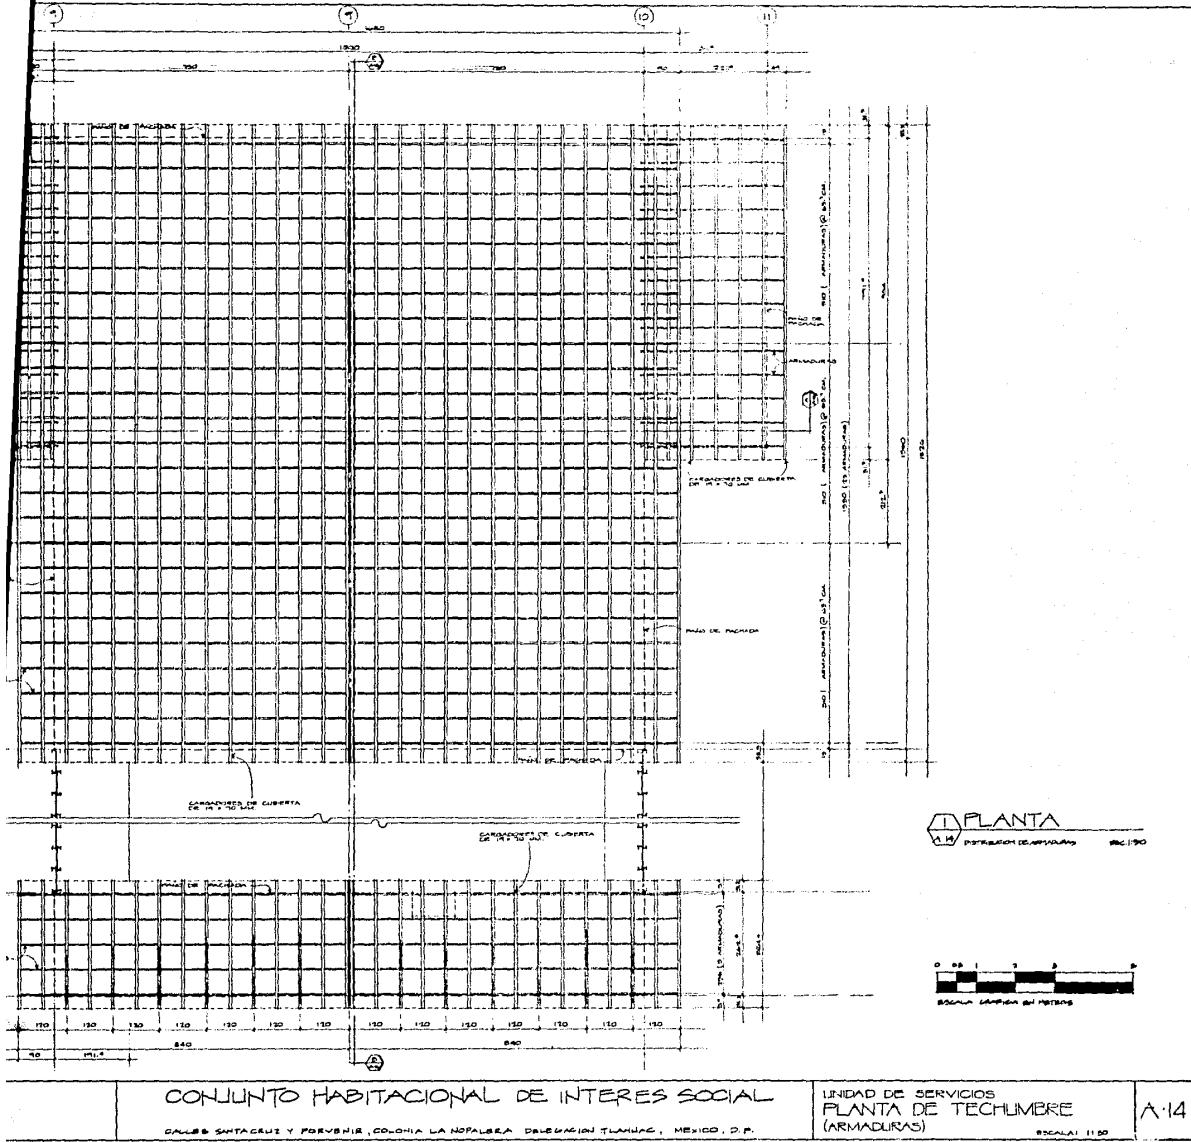

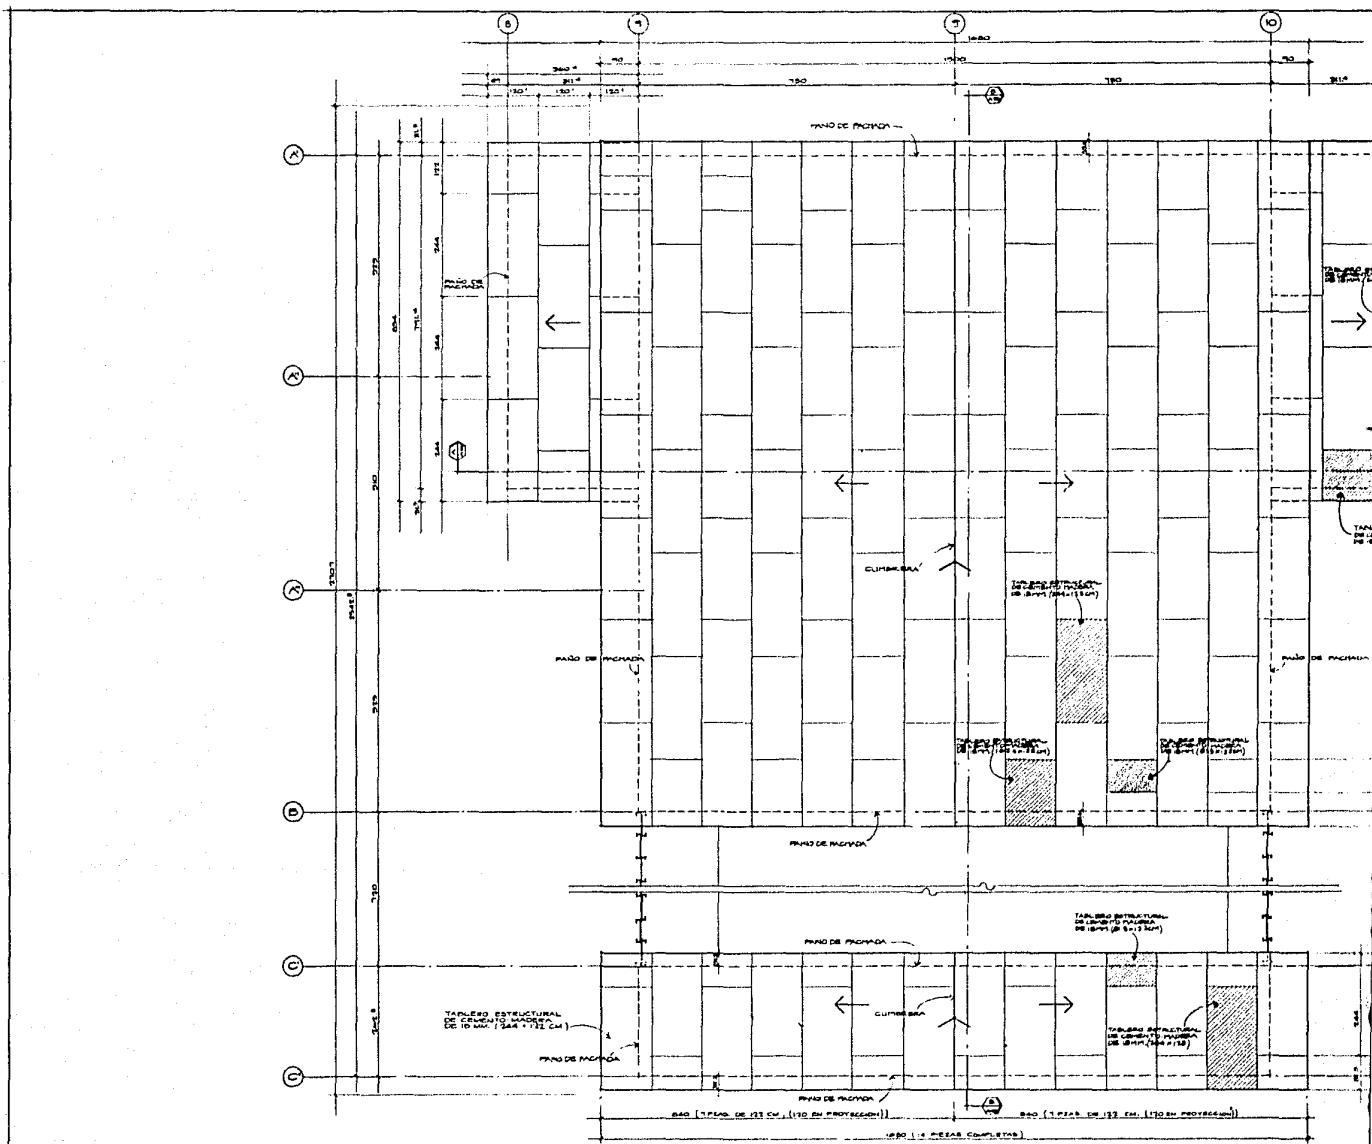

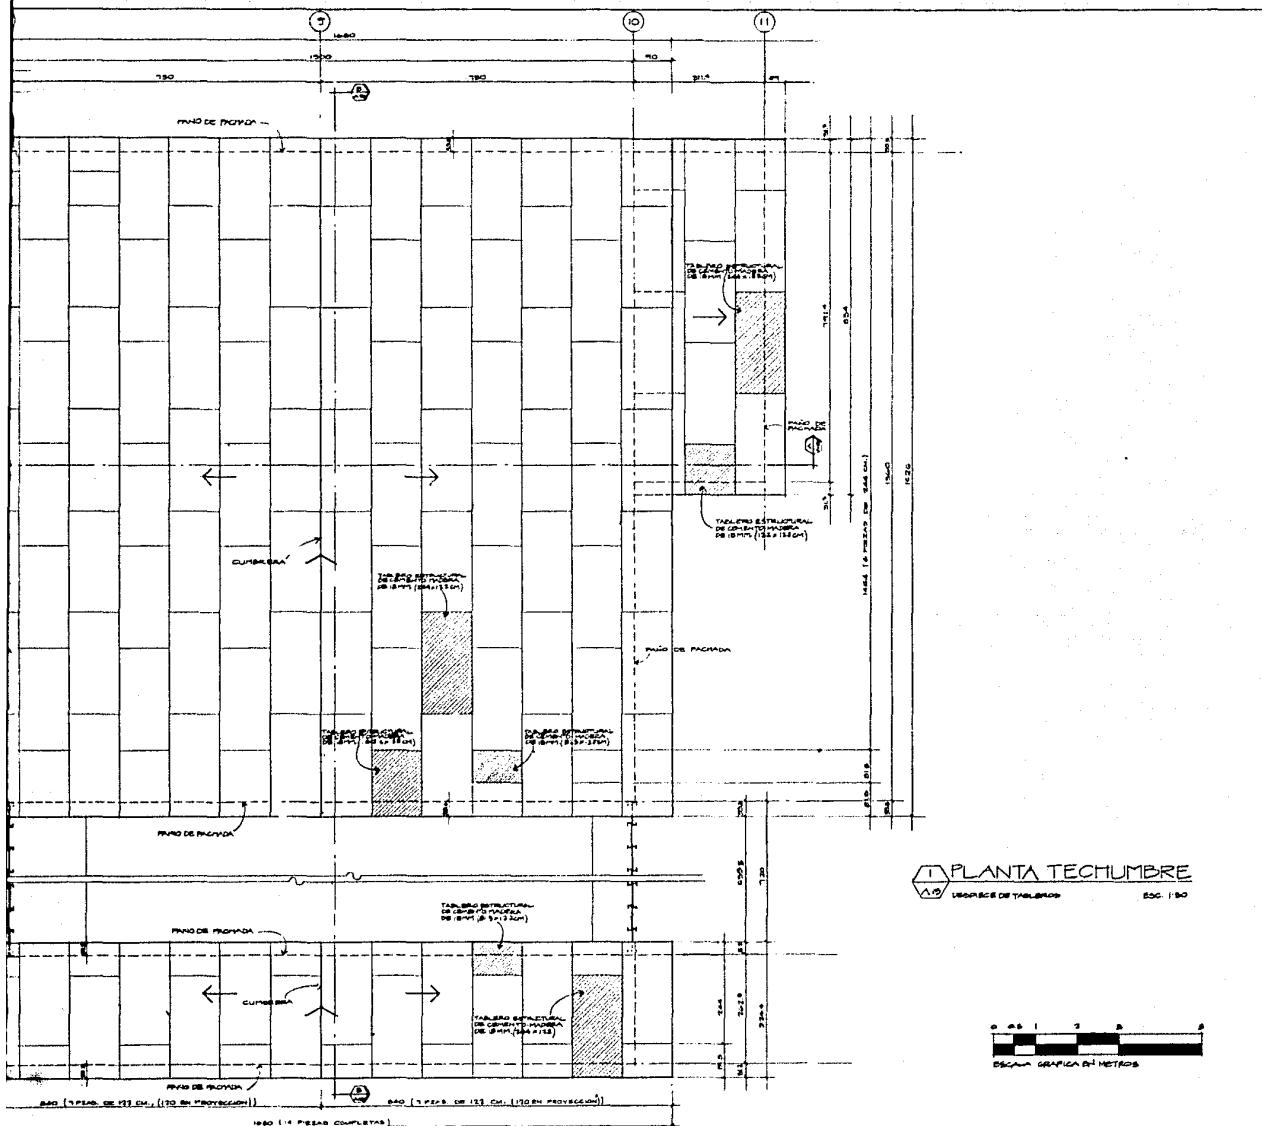


CONJUNTO HABITACIONAL DE INTERES SOCIAL

CALLES SANTA CRUZ Y POEYENIR, COLONIA LA NOPALERA, DELEGACION TLALHUAC, MEXICO, D.F.


UNIDAD DE SERVICIOS
PLANTA DE TECHUMBRE
(CUBIERTA).

A.15

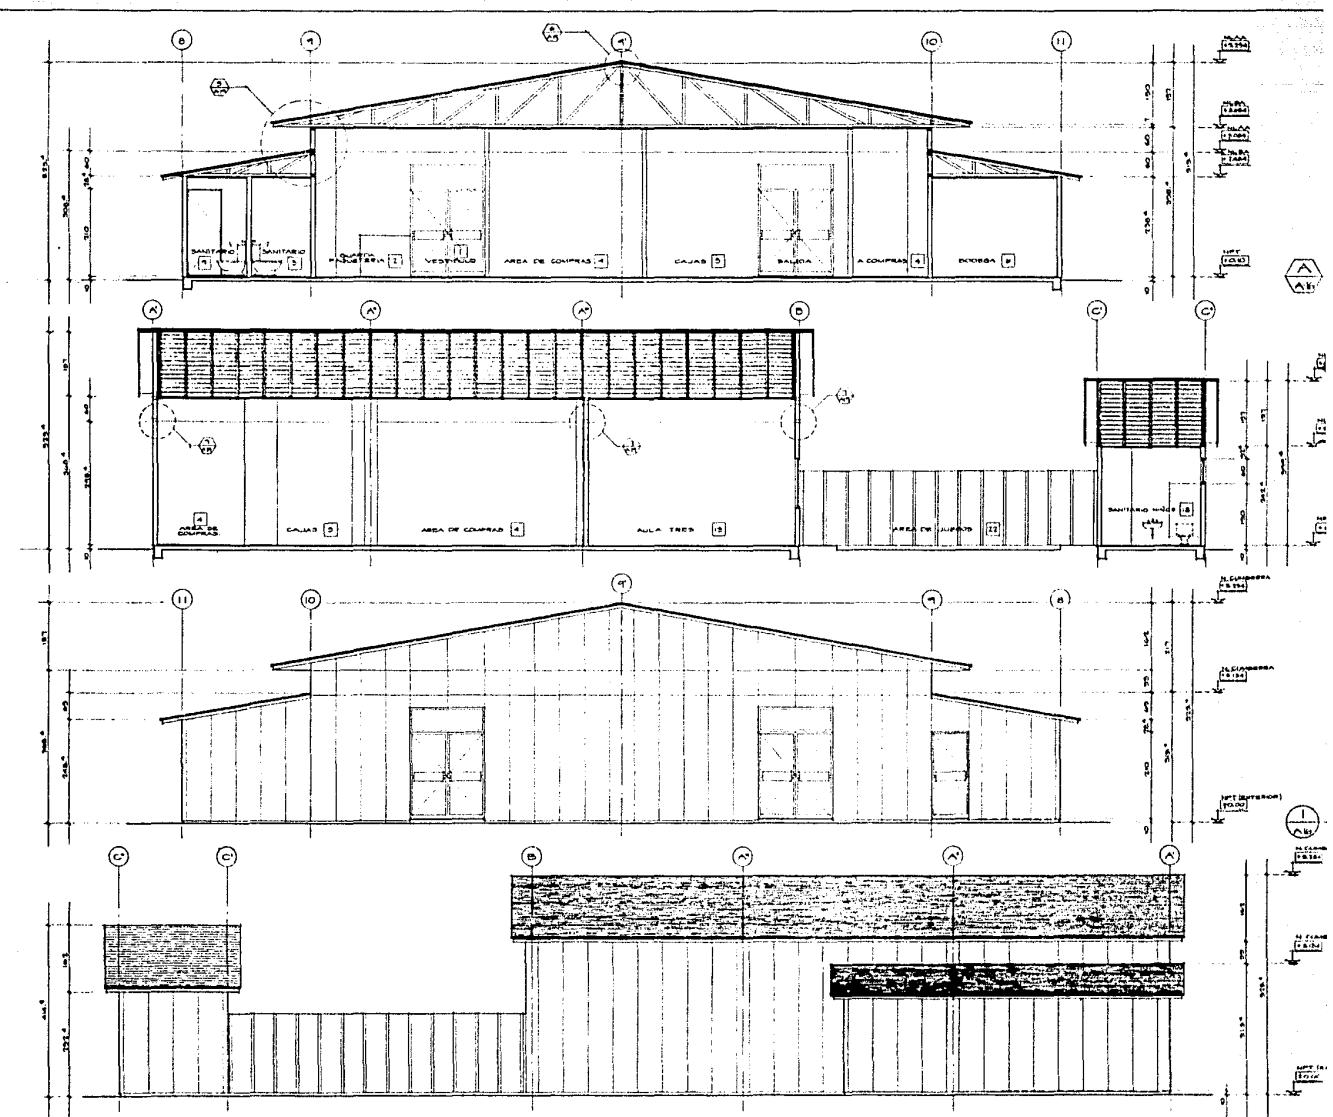

TESIS PROFESIONAL
MOISES KOPELIOVICH EFRATO
UNIVERSIDAD NACIONAL
MÉXICO D.F. 1988

CONJUNTO HABITACIONAL DE INTERES S
CALLEZ SANTA CECILIA Y PORVENIR, COLONIA LA NOPALERA, DELLEGACION TLALHUAC, MEX.

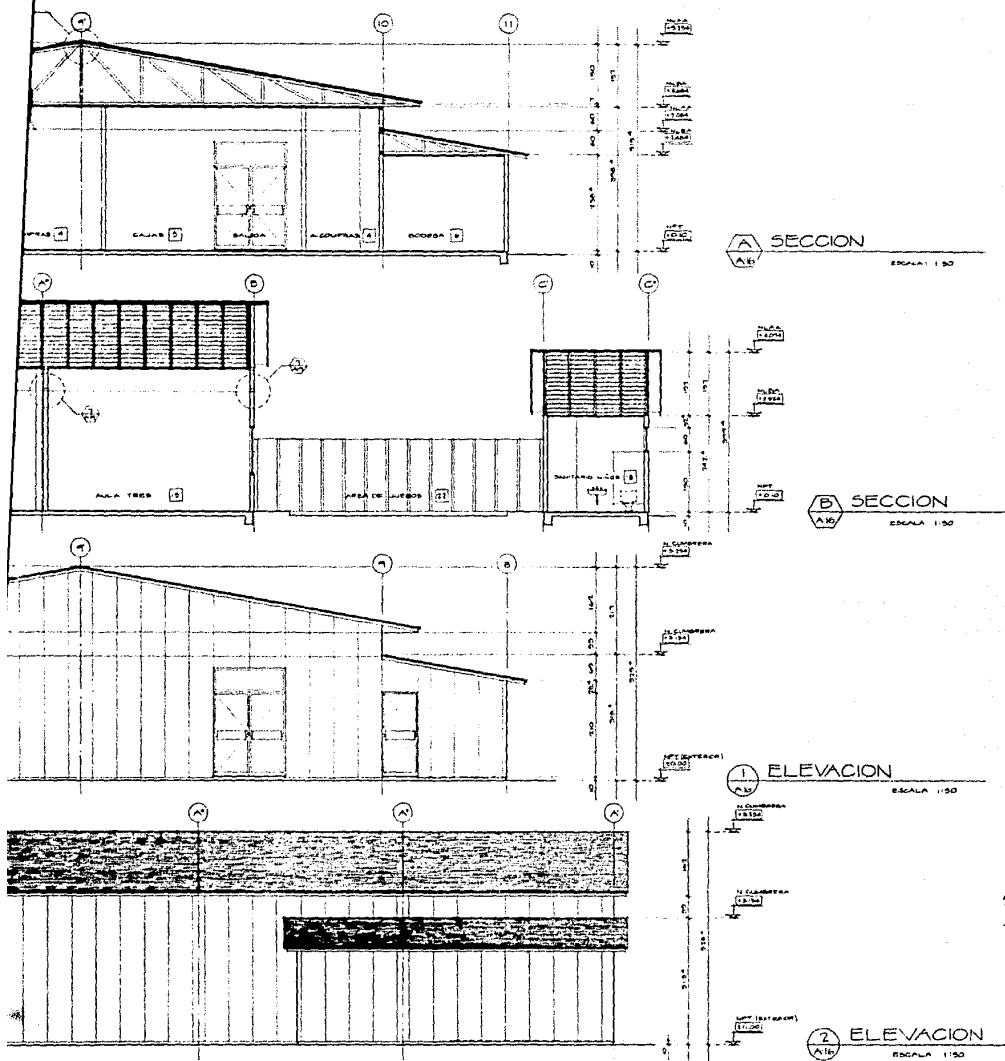

CONJUNTO HABITACIONAL DE INTERES SOCIAL

CALLEZ SANTA CRUZ Y PORVENIR, COLONIA LA NOPALERA, DELEGACION TLALPACO, MEXICO D.F.


UNIDAD DE SERVICIOS
SECCIONES Y ELEVACIONES

ESCALA 1:50


A:16




A1 DETALLE
ATM ARMADURA PARA TECHO
ESCALA 1:50

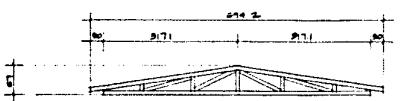


A2 DETALLE
ATM ARMADURA PARA TECHO
ESCALA 1:50

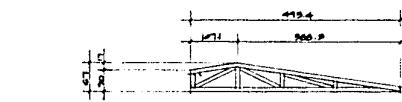


A3 DETALLE
ATM ARMADURA PARA TECHO
ESCALA 1:50

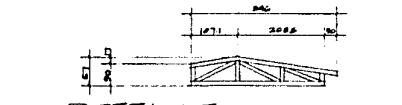

A4 DETALLE
ATM ARMADURA PARA TECHO
ESCALA 1:50

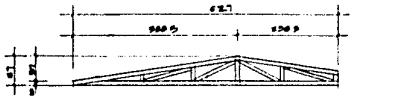


A5 DETALLE
ATM ARMADURA PARA TECHO
ESCALA 1:50

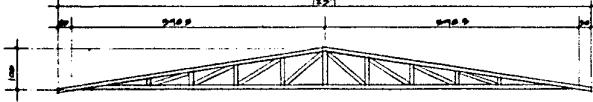


A6 DETALLE
ATM ARMADURA PARA TECHO
ESCALA 1:50




A7 DETALLE
ATM ARMADURA PARA TECHO
ESCALA 1:50

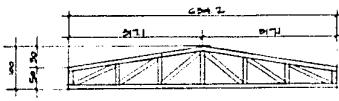


A8 DETALLE
ATM ARMADURA PARA TECHO
ESCALA 1:50

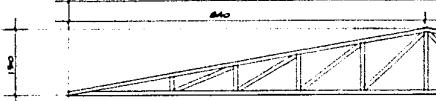


A9 DETALLE
ATM ARMADURA PARA TECHO
ESCALA 1:50

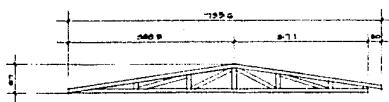


A10 DETALLE
ATM ARMADURA PARA TECHO
ESCALA 1:50

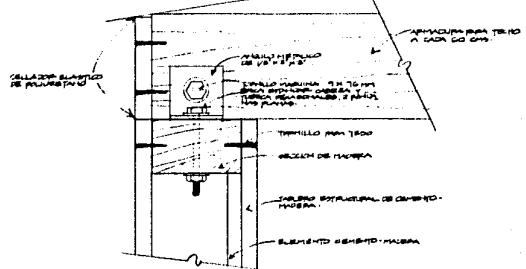


A11 SECCION
ATM ARMADURA PARA TECHO
ESCALA 1:2

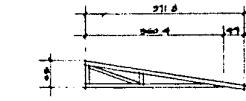

A12 DETALLE
ATM ARMADURA PARA TECHO
ESCALA 1:50

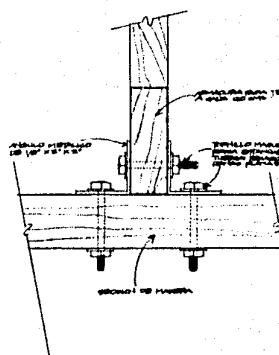

A13 SECCION
ATM ARMADURA PARA TECHO
ESCALA 1:2

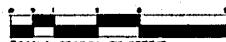



A1 DETALLE

ARMADURA PARA TECHO ESCALA 1:50




A2 DETALLE

ARMADURA PARA TECHO ESCALA 1:50



A3 DETALLE

ARMADURA PARA TECHO ESCALA 1:50

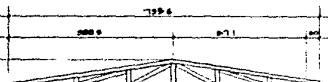

A4 DETALLE

ARMADURA PARA TECHO ESCALA 1:50

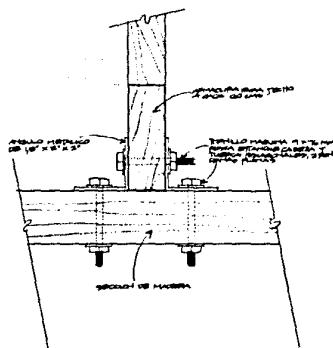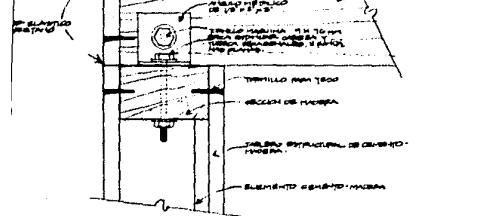

A7 SECCION

ARMADURA PARA TECHO ESCALA 1:2


A8 SECCION

ARMADURA PARA TECHO ESCALA 1:2

**TABLA DE
ARMADURAS PARA TECHO**

| DETALLE | TIPO | ANCHO | NO DE PIEZAS |
|---------|------|-------|--------------|
| 1 | AT | 60x1 | 5 |
| 2 | AT | 60x2 | 11 |
| 3 | AT | 60x2 | 2 |
| 4 | AT | 60x1 | 2 |
| 5 | AT | 60x1 | 4 |
| 6 | AT | 120x1 | 4 |
| 7 | AT | 120x1 | 1 |
| 8 | AT | 60x2 | 0 |
| 9 | AT | 60x2 | 5 |
| 10 | AT | 71.5 | 18 |
| 11 | AT | 120x2 | 4 |
| 12 | AT | 71.5 | 1 |

NOTA: El numero de piezas corresponden a para un BARRIL DE CANTERAS VIGILANDO Y UNA PLACITA DE METALICO.

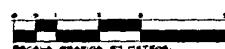


CONJUNTO HABITACIONAL DE INTERES SOCIAL

CALLE 5TA AVENIDA Y PASEO LA LOMADA, COLONIA TULANCÍN, MÉXICO D.F.

DETALLE DE ARMADURAS


ESCALA 1:50

A17

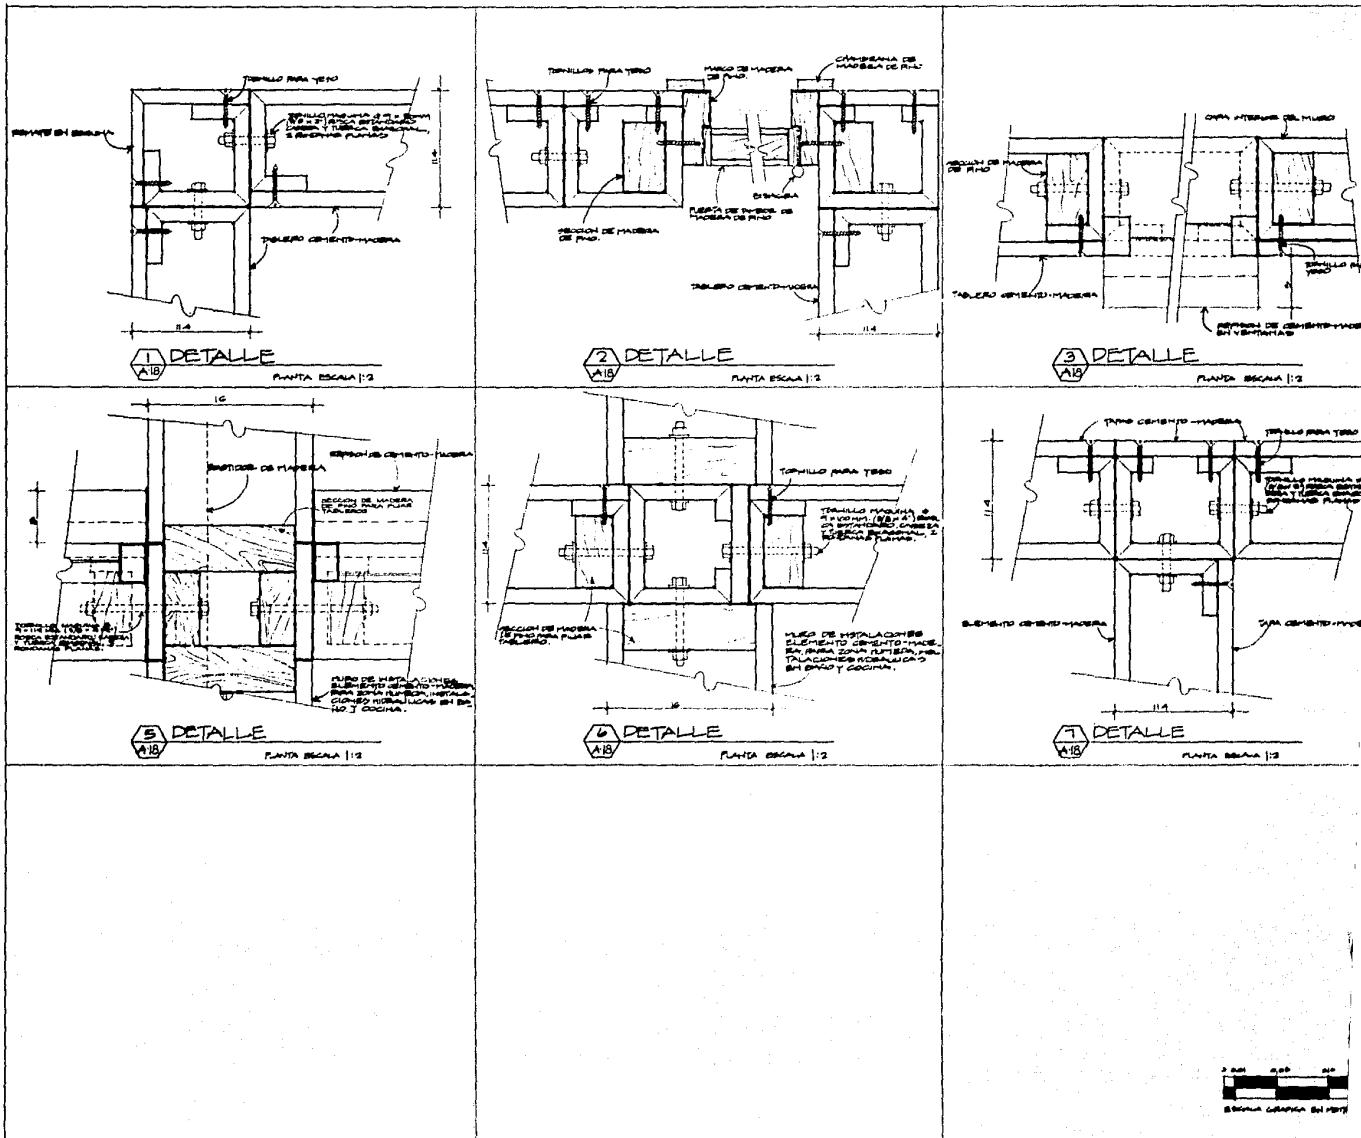



TESIS PROFESIONAL
MOÍSES KOPELIOVICH EFRATO
UNIVERSIDAD NACIONAL
MÉXICO, D.F. 1986

CONJUNTO HABITACIONAL DE INTERÉS
CALLEZ SANTA CRUZ Y PORVENIR, COLONIA LA NEGRA, DELEGACIÓN TLALNEPANTLA, MÉXICO

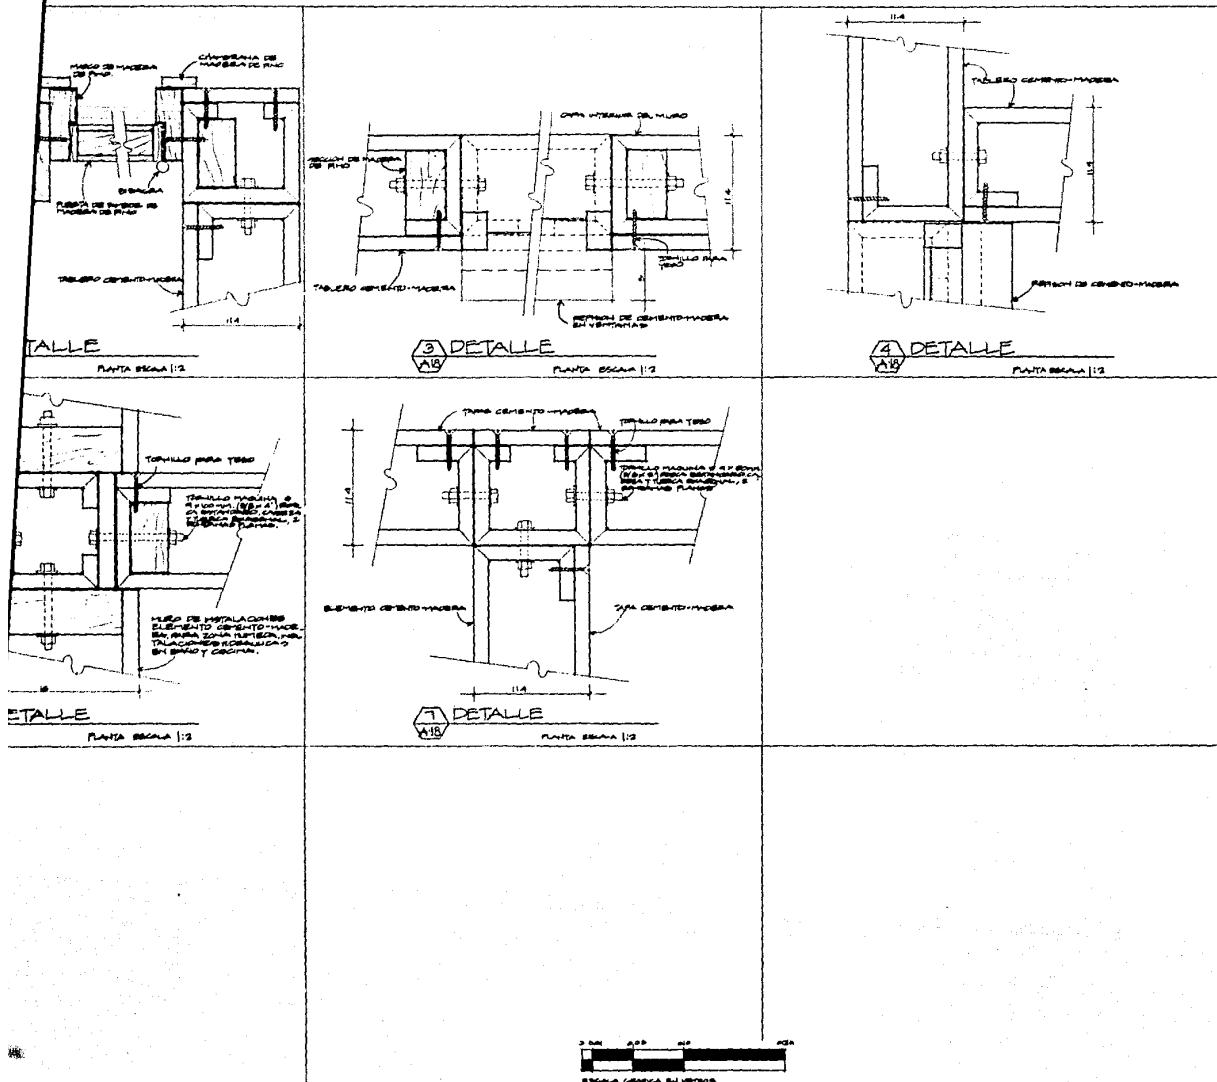

| | | | |
|--|---|-----------|-----|
| | CONJUNTO HABITACIONAL DE INTERES SOCIAL CALLEZ SANTA CRUZ Y FOEVERHIE, COLONIA LA NEVADERA, DELEGACION TLALNEP, MEXICO, D.F. | DETALLES | A18 |
| | | SCALA 1:2 | |

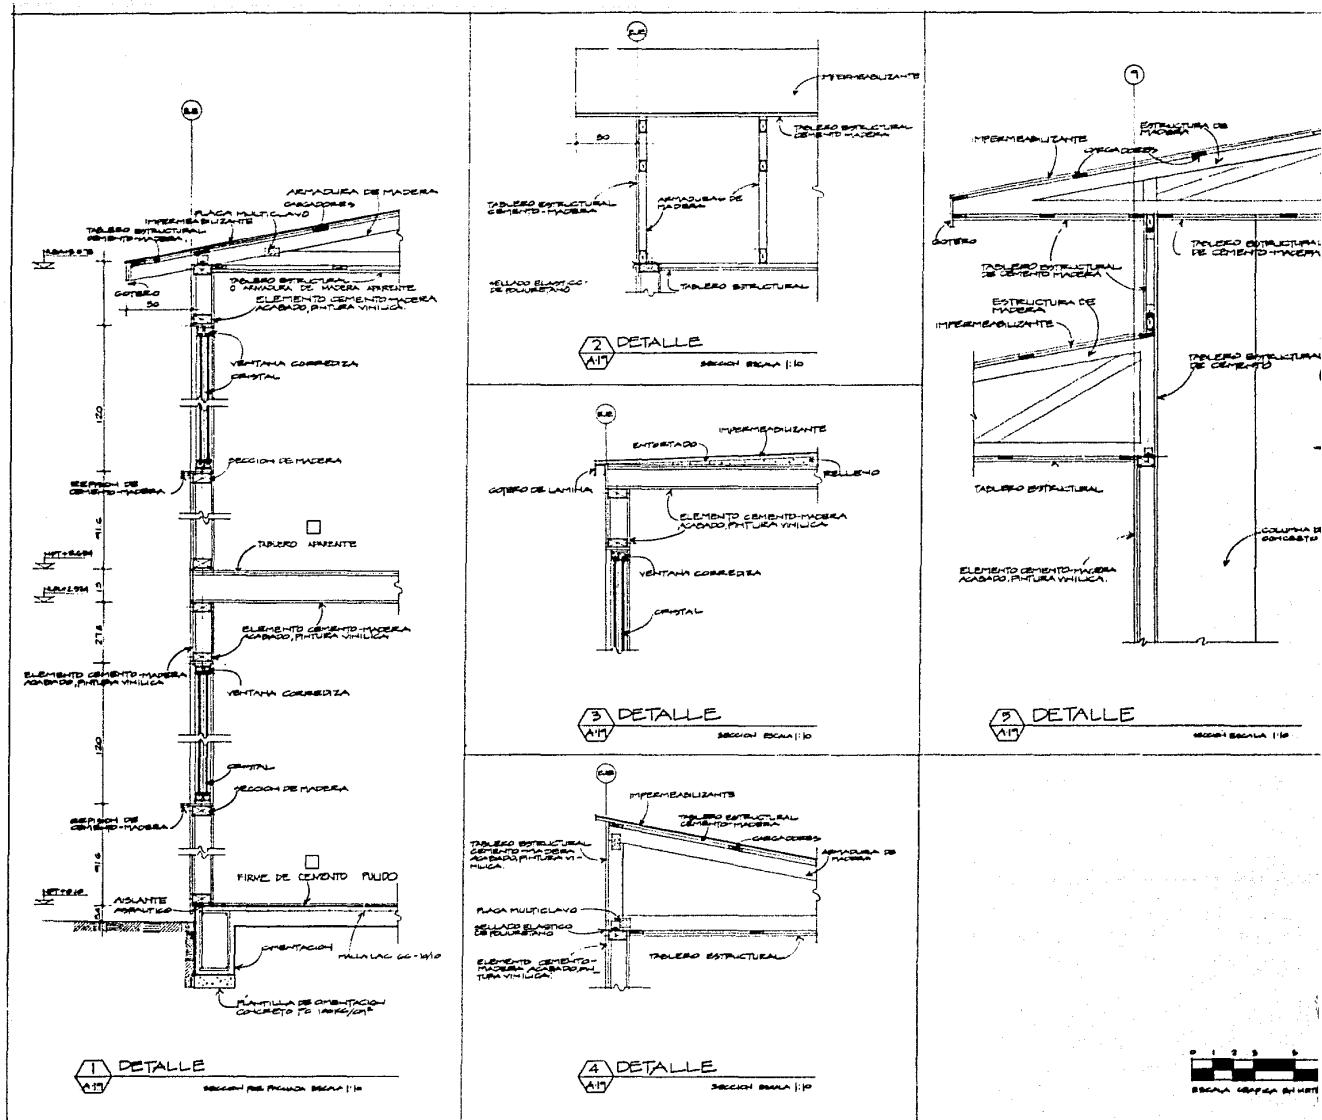

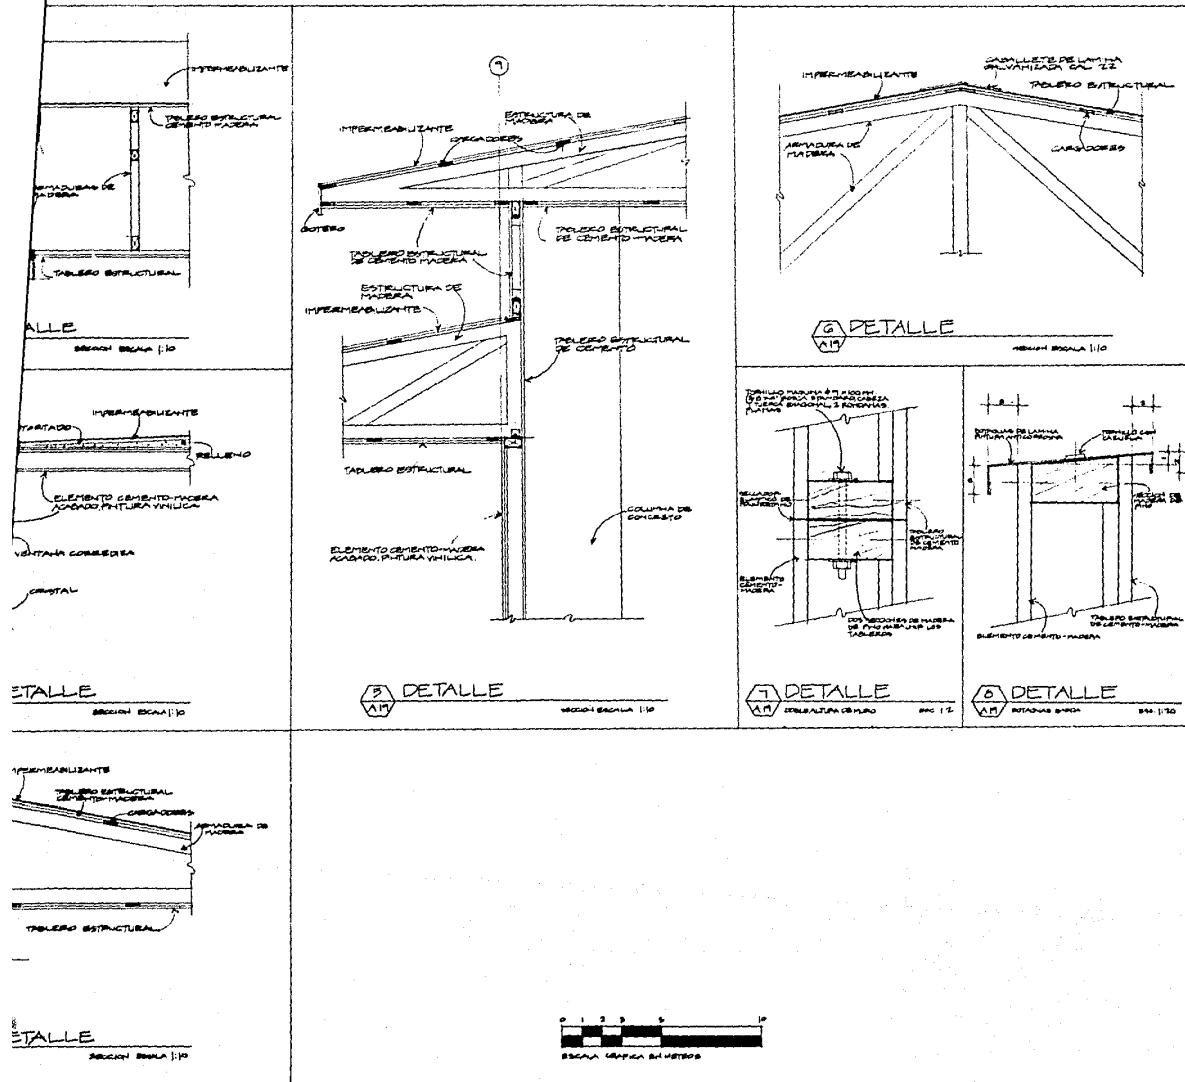

0 1 2 3 4 5 6
ESCALA GRÁFICA EN METROS

| | CONJUNTO HABITACIONAL DE INTERÉS SOCIAL CALLEZ SANTA CRUZ Y POEYBH, COLONIA LA NORIA, DELEGACIÓN TLALHUAC, MÉXICO, D.F. | DETALLES | A19 |
|--|--|----------|-------------|
| | | | ESCALA 1:10 |

| ACTIVIDADES: | | 1 | 2 | 3 | 4 | 5 | 6 | 7 | 8 | 9 |
|--|-------|------|-------|-------|-------|-------|-------|-------|-------|------|
| PREPARACIONES | | | | | | | | | | |
| DESALVADO DEL TERRENO | 100% | | | | | | | | | |
| TRAZO Y NIVELACION | 100% | 100% | 100% | 100% | 100% | 100% | | | | |
| CORTES Y ARBOS | 100% | | | | | | | | | |
| CONFORMACION Y CONCRETACION | 100% | | | | | | | | | |
| ESTABELENIMIENTOS Y PLACOADO DE CHARQUES | 100% | 100% | 100% | | | | | | | |
| ACARREOS | 100% | 100% | 100% | | | | | | | |
| AGOTAR MATERIAL | | | | | | | | | | |
| TRAZO, NIVELACION Y EXCAVACIONES | 100% | 100% | 100% | | | | | | | |
| CANA DE ARENA, TUBERIA DE CONCRETO | 100% | 100% | 100% | 100% | 100% | 100% | | | | |
| AREAS DE VENTA, VIALIDADES Y MATERIALES | 100% | 100% | 100% | 100% | 100% | 100% | | | | |
| RELLENO | 100% | 100% | 100% | 100% | 100% | 100% | | | | |
| DESECHOS DOMICILIARIOS | 100% | 100% | 100% | 100% | 100% | 100% | | | | |
| RETIRO DE MATERIAL EXCEDENTE | 100% | 100% | 100% | 100% | 100% | 100% | | | | |
| ESTERNA | 100% | 100% | 100% | 100% | 100% | 100% | | | | |
| TINAJAS ELEVADAS | 100% | 100% | 100% | 100% | 100% | 100% | 100% | 100% | 100% | 100% |
| BOMBAS | 100% | 100% | 100% | 100% | 100% | 100% | 100% | 100% | 100% | 100% |
| ALIMENTACION Y ESTERNA, PARRAS | 100% | 100% | 100% | 100% | 100% | 100% | 100% | 100% | 100% | 100% |
| AGOTAR MATERIAL Y ALUMBRADO | | | | | | | | | | |
| AGOTAR MATERIAL Y ALUMBRADO | | | | | | | | | | |
| EXTRACCIONES Y ALUMBRADO | | | | | | | | | | |
| TRAZO, NIVELACION Y EXCAVACIONES | 100% | 100% | 100% | 100% | 100% | 100% | 100% | 100% | 100% | 100% |
| CANA DE AGUA, TUBERIA | 100% | 100% | 100% | 100% | 100% | 100% | 100% | 100% | 100% | 100% |
| REGISTRATRIS | 100% | 100% | 100% | 100% | 100% | 100% | 100% | 100% | 100% | 100% |
| RELLENO | 100% | 100% | 100% | 100% | 100% | 100% | 100% | 100% | 100% | 100% |
| CANALIZACIONES DE PRODUCTO PVC | 100% | 100% | 100% | 100% | 100% | 100% | 100% | 100% | 100% | 100% |
| RETIRO DE MATERIAL EXCEDENTE | 100% | 100% | 100% | 100% | 100% | 100% | 100% | 100% | 100% | 100% |
| ENRIQUECIMIENTO TIN. MEX Y RESIDUO | 100% | 100% | 100% | 100% | 100% | 100% | 100% | 100% | 100% | 100% |
| ENRIQUECIMIENTO TIN., ALIMENTACIONES | 100% | 100% | 100% | 100% | 100% | 100% | 100% | 100% | 100% | 100% |
| ENRIQUECIMIENTO TIN. ALUMBRADO | 100% | 100% | 100% | 100% | 100% | 100% | 100% | 100% | 100% | 100% |
| LAMPARAS HALOGENAS 175 W | 100% | 100% | 100% | 100% | 100% | 100% | 100% | 100% | 100% | 100% |
| POSTES DE CONCRETO 11 MTS (4) | 100% | 100% | 100% | 100% | 100% | 100% | 100% | 100% | 100% | 100% |
| TRANSFORMADORES 15 KVA (4) | 100% | 100% | 100% | 100% | 100% | 100% | 100% | 100% | 100% | 100% |
| SUBESTACIONES DE 112.5 KVA (2) | 100% | 100% | 100% | 100% | 100% | 100% | 100% | 100% | 100% | 100% |
| SUB-BASE DE TERRAZA | 100% | 100% | 100% | 100% | 100% | 100% | 100% | 100% | 100% | 100% |
| BUJERAS | 100% | 100% | 100% | 100% | 100% | 100% | 100% | 100% | 100% | 100% |
| EMBOSQUEMA ORIENTADA CONTRAMARCA | 100% | 100% | 100% | 100% | 100% | 100% | 100% | 100% | 100% | 100% |
| CONTRACCION MEXICALI | 100% | 100% | 100% | 100% | 100% | 100% | 100% | 100% | 100% | 100% |
| BUJERAS O TECNICAS DE ANDORNOCES | 100% | 100% | 100% | 100% | 100% | 100% | 100% | 100% | 100% | 100% |
| PLAZAS COMUNALES | 100% | 100% | 100% | 100% | 100% | 100% | 100% | 100% | 100% | 100% |
| LIMPIEZA GENERAL | 100% | 100% | 100% | 100% | 100% | 100% | 100% | 100% | 100% | 100% |
| TIERRA LIMA | 100% | 100% | 100% | 100% | 100% | 100% | 100% | 100% | 100% | 100% |
| ARBUSTOS Y ARBOLES | 100% | 100% | 100% | 100% | 100% | 100% | 100% | 100% | 100% | 100% |
| APARATOS DE FERIA BOCA | 100% | 100% | 100% | 100% | 100% | 100% | 100% | 100% | 100% | 100% |
| PASTO | 100% | 100% | 100% | 100% | 100% | 100% | 100% | 100% | 100% | 100% |
| EXPROACION SEMANAL / MILES | 15708 | 5070 | 27118 | 16151 | 17622 | 20871 | 27098 | 14708 | 57308 | |

CONJUNTO HABITACIONAL DE INTERES SOCIAL **PROGRAMA DE OBRA URBANIZACION** A20
CALLEZ SANTA CRUZ Y POSEYERIE, COLONIA LA HERALDA, DELIMITACION TAHUAS, MEXICO D.F.

CONCEPTOS:


| | 1 | 2 | 3 | 4 | 5 | 6 | 7 | 8 | 9 | 10 |
|---|-------|------|-------|------|------|------|------|------|------|------|
| I DESARROLLO DEL AREA DE CONSTRUCCION PROMOCION PLURIANUALDAD DE TEPETATE, TRAZO Y NIVELACION | 100 | 100 | 100 | 100 | 100 | 100 | 100 | 100 | 100 | 100 |
| II EXCAVACION A MANO, DRENAJE Y CAJONAS PLANTILLA, CIBRAS Y ARMAR CAJONAS | 100 | 100 | 100 | 100 | 100 | 100 | 100 | 100 | 100 | 100 |
| III INSTALACION SANITARIA Y DRENAJE Y ELECTRICA MALLACERO, ANILLOS | 100 | 100 | 100 | 100 | 100 | 100 | 100 | 100 | 100 | 100 |
| IV COLOCACION DE CIMENTACION, TERMINADO PULIDO | 100 | 100 | 100 | 100 | 100 | 100 | 100 | 100 | 100 | 100 |
| V MODULOS MURO PANEL ROCA P.D. | 100 | 100 | 100 | 100 | 100 | 100 | 100 | 100 | 100 | 100 |
| VI LOSAS ENTREPISO PANEL ROCA | 100 | 100 | 100 | 100 | 100 | 100 | 100 | 100 | 100 | 100 |
| VII MODULOS MURO PANEL ROCA P.A. | 100 | 100 | 100 | 100 | 100 | 100 | 100 | 100 | 100 | 100 |
| VIII ARMADURA DE MADERA TECHUMBRE TECHUMBRE PANEL ROCA, GOTORPOS | 100 | 100 | 100 | 100 | 100 | 100 | 100 | 100 | 100 | 100 |
| IX LISTA SANITARIA HIDRAULICA, ELECTRICA P.B. LISTA SANITARIA HIDRAULICA, ELECTRICA P.A. PRUEBAS DE INSPECCIONES ANTIGUAS MORANCA | 100 | 100 | 100 | 100 | 100 | 100 | 100 | 100 | 100 | 100 |
| X FORRO LUMINEROS ESTILOS P.D Y P.A. FORRO PINTORES MALLAZO P.D Y P.A. PASOS Y LUMINEROS, ARRIOLIO BARIO Y COCINAS | 100 | 100 | 100 | 100 | 100 | 100 | 100 | 100 | 100 | 100 |
| XI PEGATINA PANEL ROCA MURO PISO ESTRUCTURA COAGADA PISO DE BLOQUE ESTILOZ | 100 | 100 | 100 | 100 | 100 | 100 | 100 | 100 | 100 | 100 |
| XII IMPERMEABILIZACION AZOTEA IMPERMEABILIZACION DACHA | 100 | 100 | 100 | 100 | 100 | 100 | 100 | 100 | 100 | 100 |
| XIII VENTANERIA DE ALUMINIO | 100 | 100 | 100 | 100 | 100 | 100 | 100 | 100 | 100 | 100 |
| XIV COMPUTADORA PORTATIL | 100 | 100 | 100 | 100 | 100 | 100 | 100 | 100 | 100 | 100 |
| XV CARPINTERIA CALAMITEO MUEBLES | 100 | 100 | 100 | 100 | 100 | 100 | 100 | 100 | 100 | 100 |
| XVI PINTURA MUEBLES (LITROS) PINTURA Y BARNIZ PISO Y T.MANIO (LITROS) PIEDRA Y ZOCOLOS | 100 | 100 | 100 | 100 | 100 | 100 | 100 | 100 | 100 | 100 |
| XVII COLOCACION MUEBLES DE BANO | 100 | 100 | 100 | 100 | 100 | 100 | 100 | 100 | 100 | 100 |
| XVIII COLOCACION ACCESORIOS ELECTRICOS PINTURA Y BARNIZ T.MANIO (MM) | 100 | 100 | 100 | 100 | 100 | 100 | 100 | 100 | 100 | 100 |
| XIX BATERIAS CONTADOR INICIAL 10 + 1.259.000 X 10 = 12.590.000 | 100 | 100 | 100 | 100 | 100 | 100 | 100 | 100 | 100 | 100 |
| XX INVERSION POR SEMANA / MESES | 24500 | 9200 | 12500 | 8200 | 7700 | 8200 | 6700 | 6700 | 6700 | 6700 |

| | | |
|--|--|-----|
| CONJUNTO HABITACIONAL DE INTERES SOCIAL | PROGRAMA DE OBRA DESARROLLO DE 16 VIVIENDAS | A21 |
| DALLES SANTA CRUZ Y PORVENIR, COLONIA LA MANGUERA, DELEGACION TLALPAN, MEXICO D.F. | | |

| | 1 | 2 | 3 | 4 | 5 | 6 | 7 | 8 | 9 |
|---|--------|--------|--------|--------|--------|--------|--------|--------|--------|
| EDIFICACION: | | | | | | | | | |
| PAQUETE N° 1 16 VIVIENDAS | 12'254 | 10'708 | 11'300 | 12'025 | 10'203 | 11'716 | 12'025 | 11'203 | 11'716 |
| PAQUETE N° 2 16 VIVIENDAS | | 12'025 | 10'203 | 11'716 | 10'203 | 11'203 | 12'025 | 11'716 | 12'025 |
| PAQUETE N° 3 16 VIVIENDAS | 12'254 | 10'708 | 11'300 | 12'025 | 10'203 | 11'716 | 12'025 | 11'203 | 11'716 |
| PAQUETE N° 4 16 VIVIENDAS | | 12'025 | 10'203 | 11'716 | 10'203 | 11'203 | 12'025 | 11'716 | 12'025 |
| PAQUETE N° 5 16 VIVIENDAS | 12'254 | 10'708 | 11'300 | 12'025 | 10'203 | 11'716 | 12'025 | 11'203 | 11'716 |
| PAQUETE N° 6 16 VIVIENDAS | | 12'025 | 10'203 | 11'716 | 10'203 | 11'203 | 12'025 | 11'716 | 12'025 |
| PAQUETE N° 7 16 VIVIENDAS | 12'254 | 10'708 | 11'300 | 12'025 | 10'203 | 11'716 | 12'025 | 11'203 | 11'716 |
| PAQUETE N° 8 16 VIVIENDAS | | 12'025 | 10'203 | 11'716 | 10'203 | 11'203 | 12'025 | 11'716 | 12'025 |
| PAQUETE N° 9 16 VIVIENDAS | 12'254 | 10'708 | 11'300 | 12'025 | 10'203 | 11'716 | 12'025 | 11'203 | 11'716 |
| PAQUETE N° 10 16 VIVIENDAS | | 12'025 | 10'203 | 11'716 | 10'203 | 11'203 | 12'025 | 11'716 | 12'025 |
| ZONA DE SERVICIOS | | 10'203 | 10'000 | 20'000 | 10'203 | 10'000 | 20'000 | 10'203 | 10'000 |
| EDIFICACION - EDIFICACION SEMIANUAL/MILES | 12'254 | 53'948 | 15'025 | 10'203 | 11'716 | 12'025 | 8'403 | 9'751 | |
| URBANIZACION EDIFICACION SEMIANUAL/MILES | 18'708 | 8'010 | 27'115 | 10'191 | 21'022 | 24'811 | 20'098 | 29'100 | 9'309 |
| TOTAL | 10'708 | 20'324 | 8'103 | 9'160 | 12'625 | 14'081 | 14'743 | 11'154 | 17'200 |

| | 3 | 4 | 5 | 6 | 7 | 8 | 9 | 10 | 11 | 12 | SUBTOTAL |
|-----|-------|-------|--------|--------|--------|--------|-------|-------|-------|-------|----------|
| 254 | 52948 | 75025 | 102003 | 10216 | 120B25 | 8A028 | 87751 | 44473 | 28760 | 91091 | 722880 |
| 010 | 27115 | 10131 | 91022 | 24811 | 20048 | 29100 | 9309 | 10163 | 7049 | 934 | 199176 |
| 324 | 81023 | 91160 | 123225 | 149081 | 146723 | 112184 | 77200 | 85126 | 86809 | 10891 | 912086 |


| | | | |
|--|--|---|-----|
| | CONJUNTO HABITACIONAL DE INTERES SOCIAL CALLEZ SANTA CRUZ Y PORVENIR, COLONIA LA HONORADA, DELEGACION TULIAPAN, MEXICO D.F. | PROGRAMA DE OBRA PROGRAMA FINANCIERO | A22 |
|--|--|---|-----|

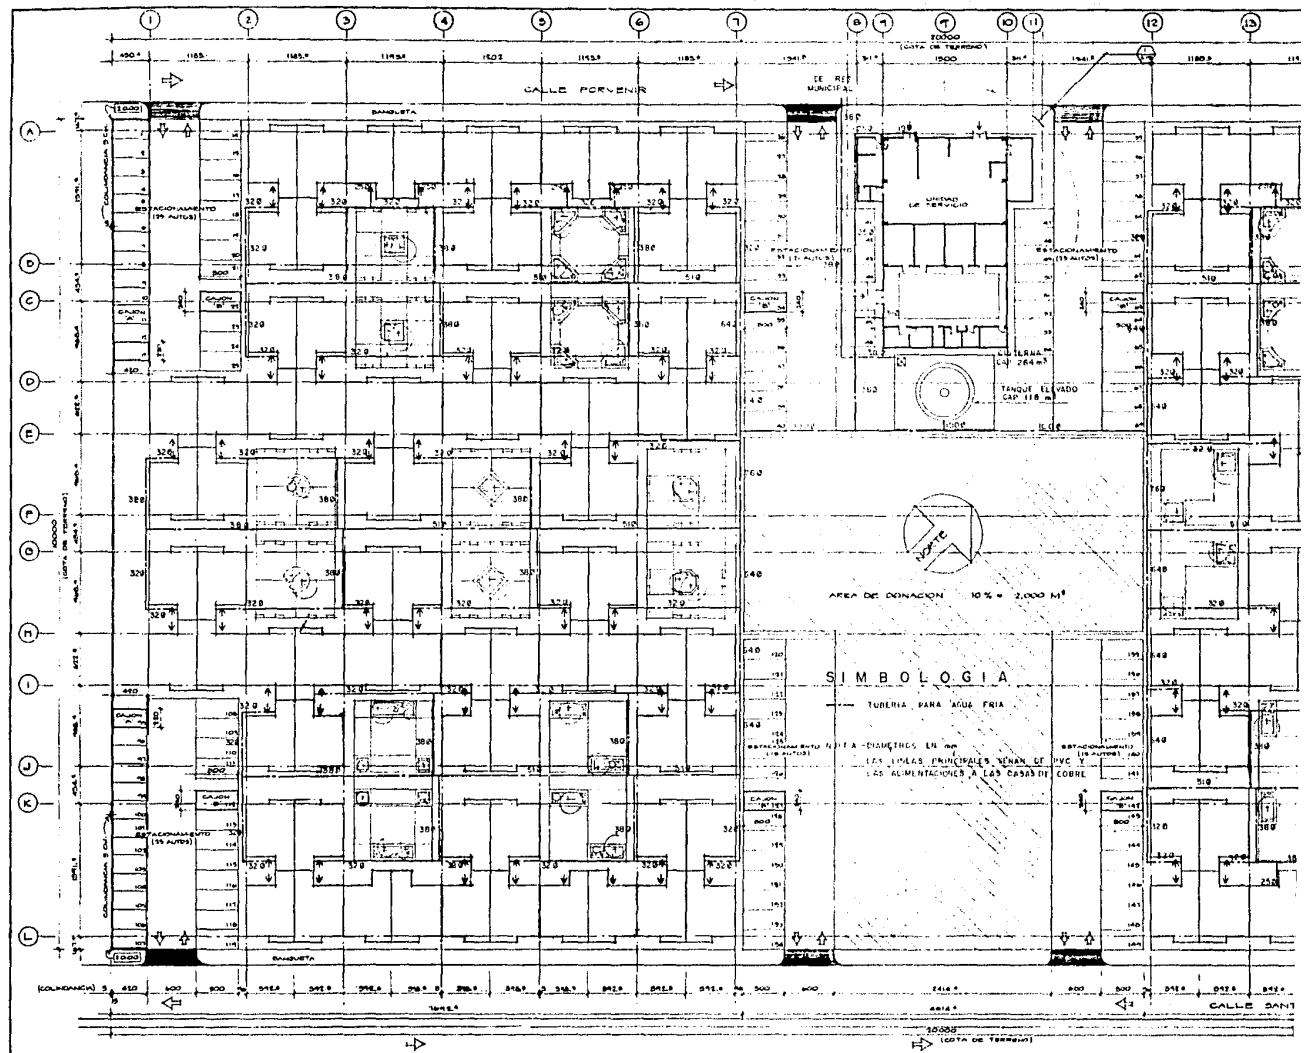

TESIS PROFESIONAL
MOISES KOPELOVICH EFRATO
UNIVERSIDAD ANAHUAC MEXICO, D.F. 1986

CONJUNTO HABITACIONAL DE INTER

CALLES SANTACRUZ Y PORVENIR, COLONIA LA NOPALERA, DELEGACION TLALPAN

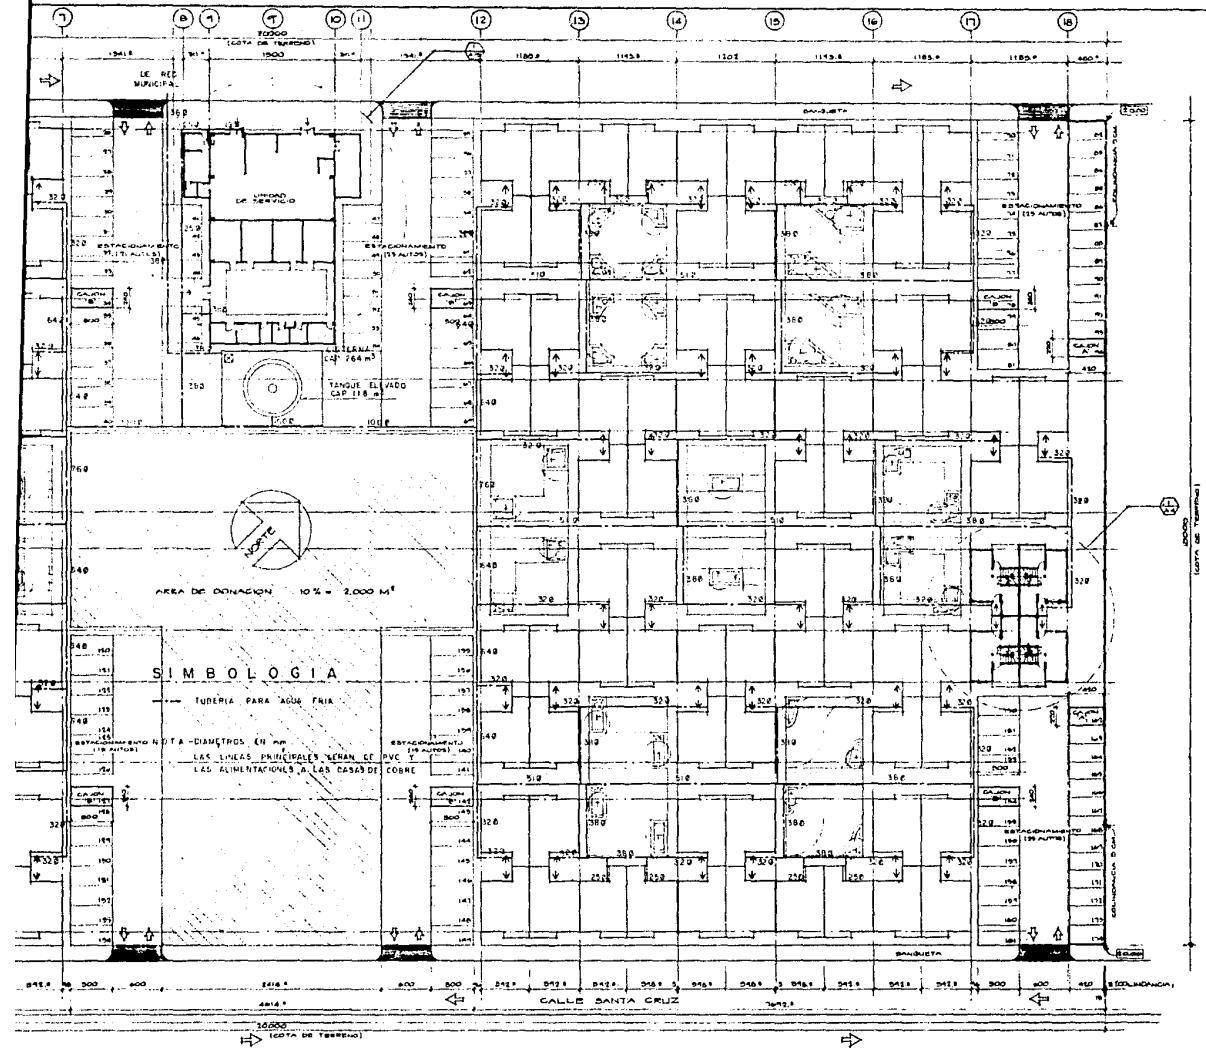

INSTALACION HIDRAULICA


CONJUNTO HABITACIONAL DE INTERES SOCIAL


PLANTA BAJA DE CONJUNTO


CALLES ENTRE CALLES Y POCYENHIS. COAHUILA LA NACIONAL. PUEBLOCON TLAHUAC MEXICO. P. P.

516-1139

1H-1

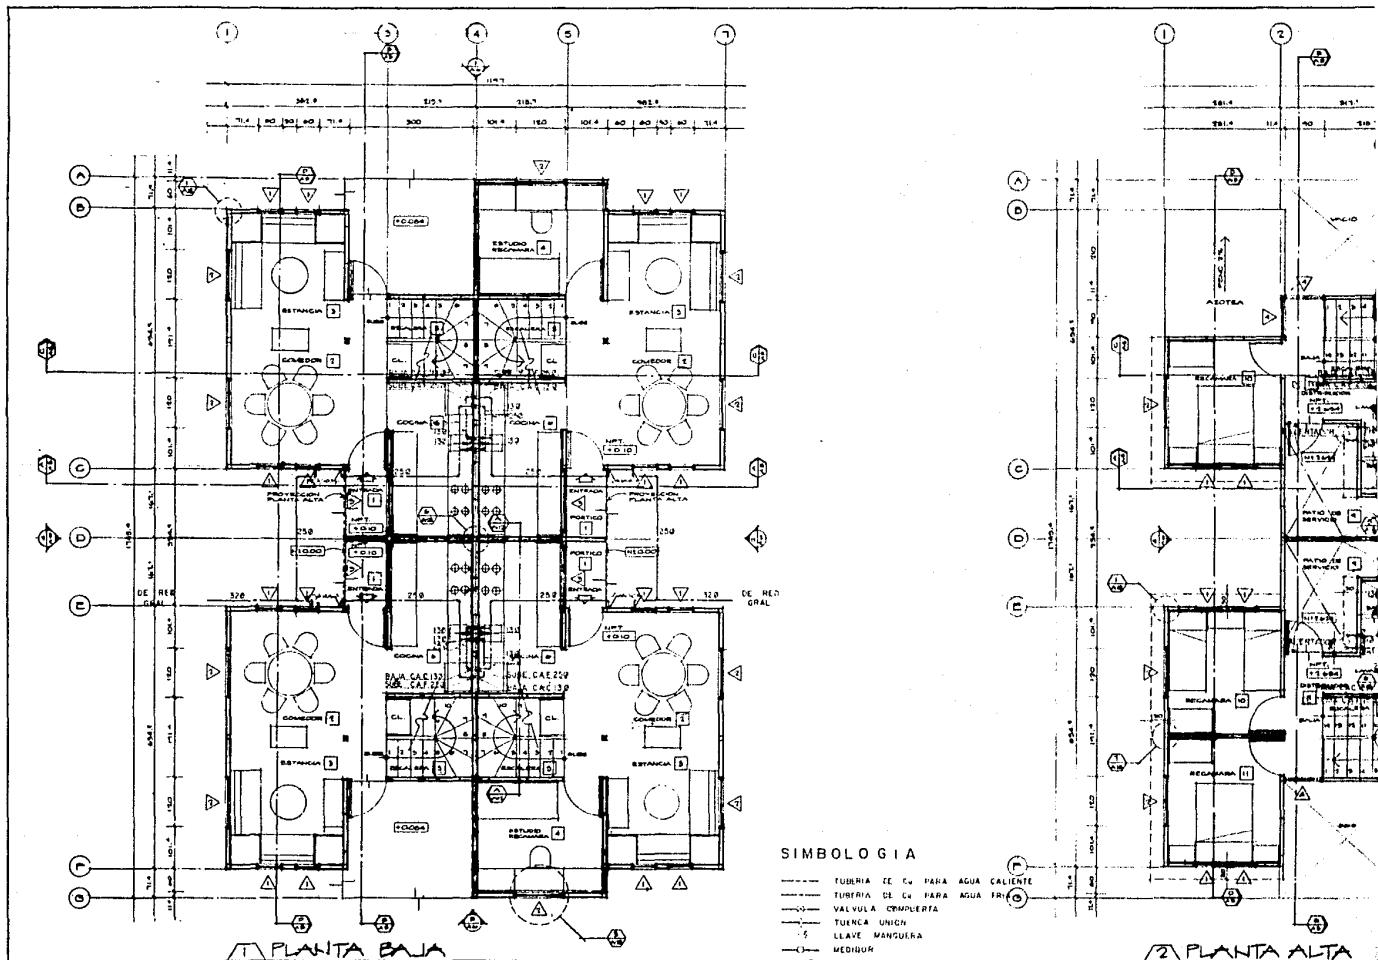


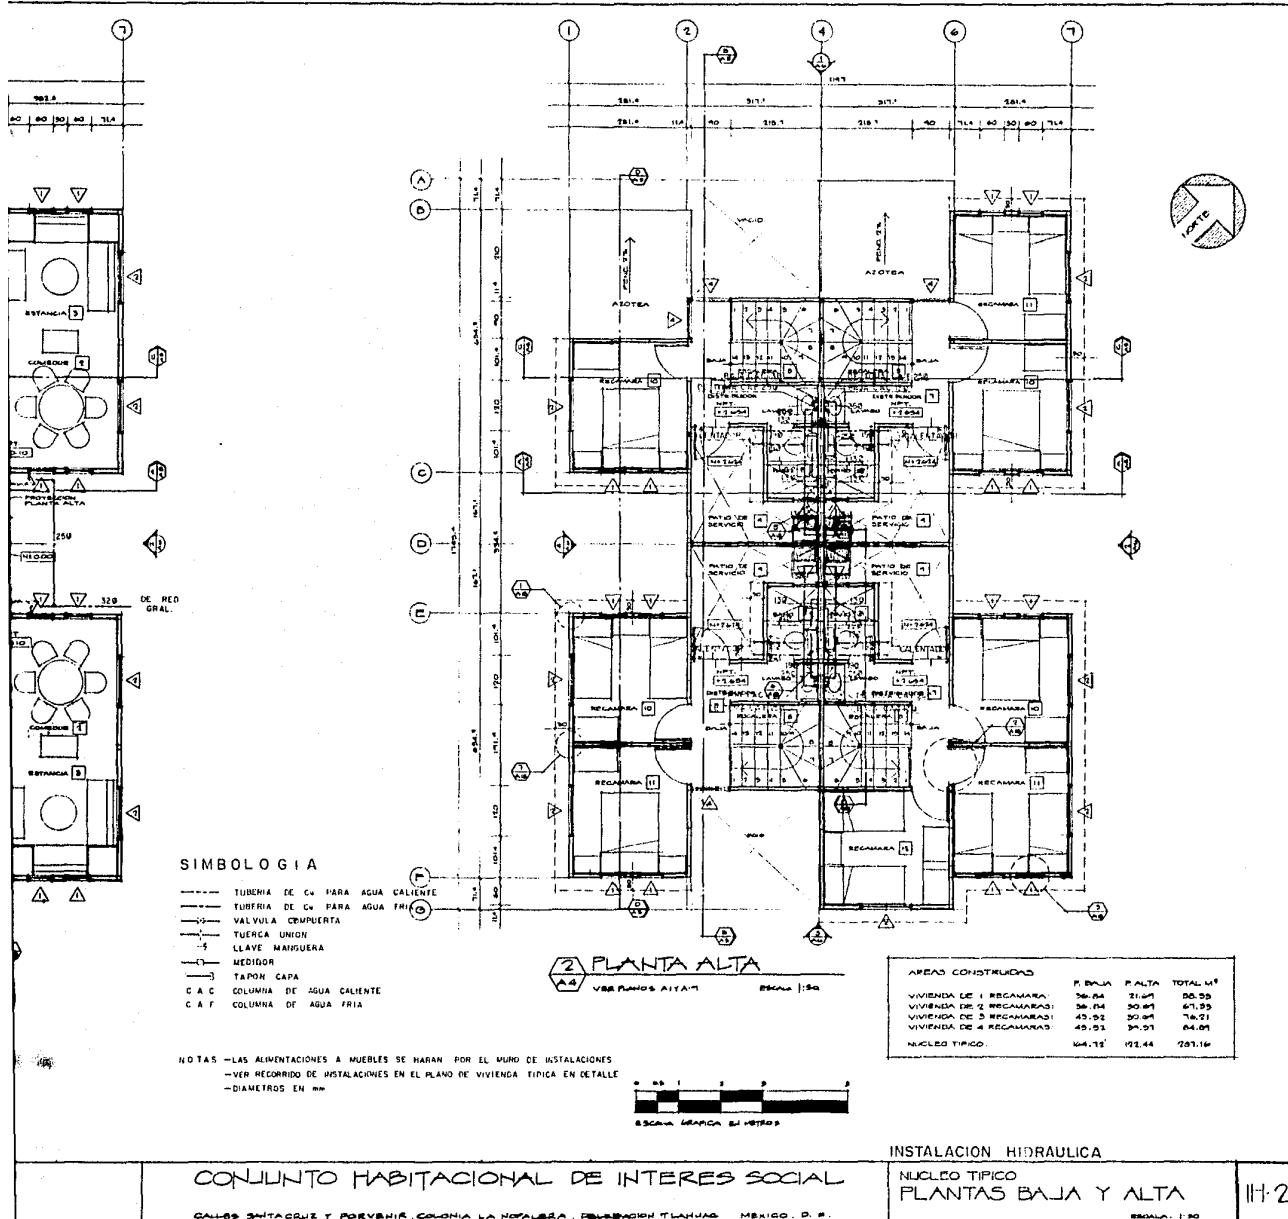


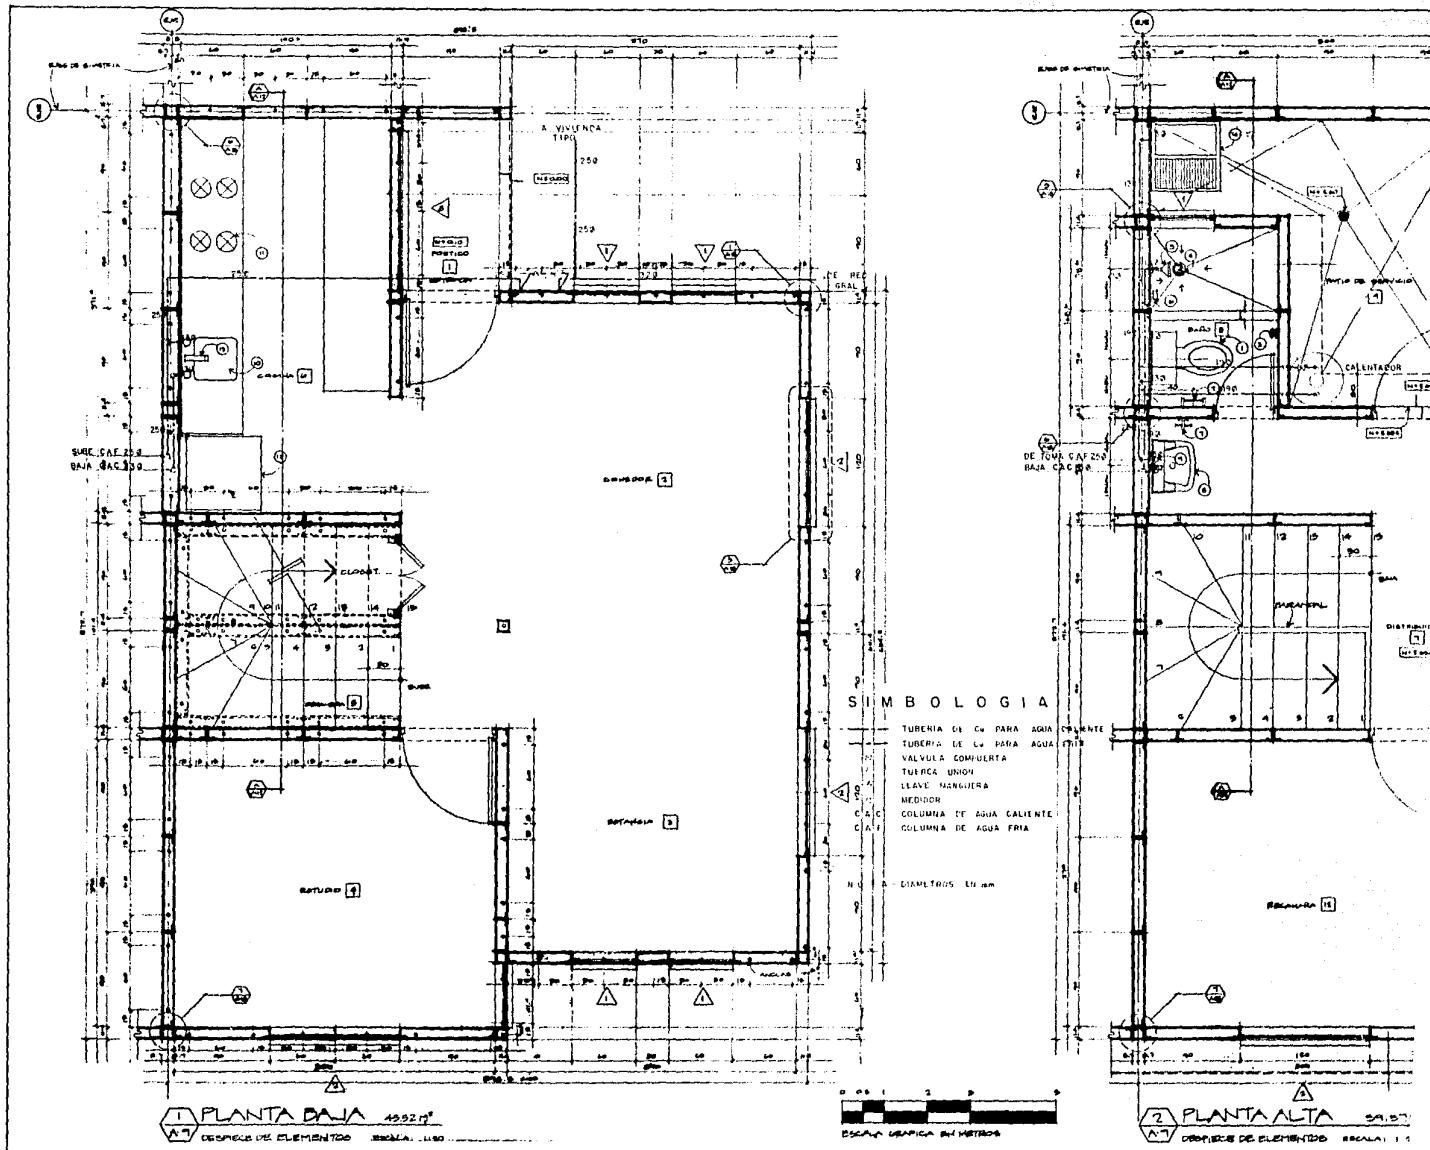

TESIS PROFESIONAL
MOISES KOPELIOVICH EFRATO
UNIVERSIDAD NACIONAL
MEXICO, D.F. 1986

CONJUNTO HABITACIONAL DE INTERES SC
CALLEZ SANTA CRUZ Y POSENIE, COLONIA LA NORIA LEZA, DELEGACION TEPIC, MEXICO

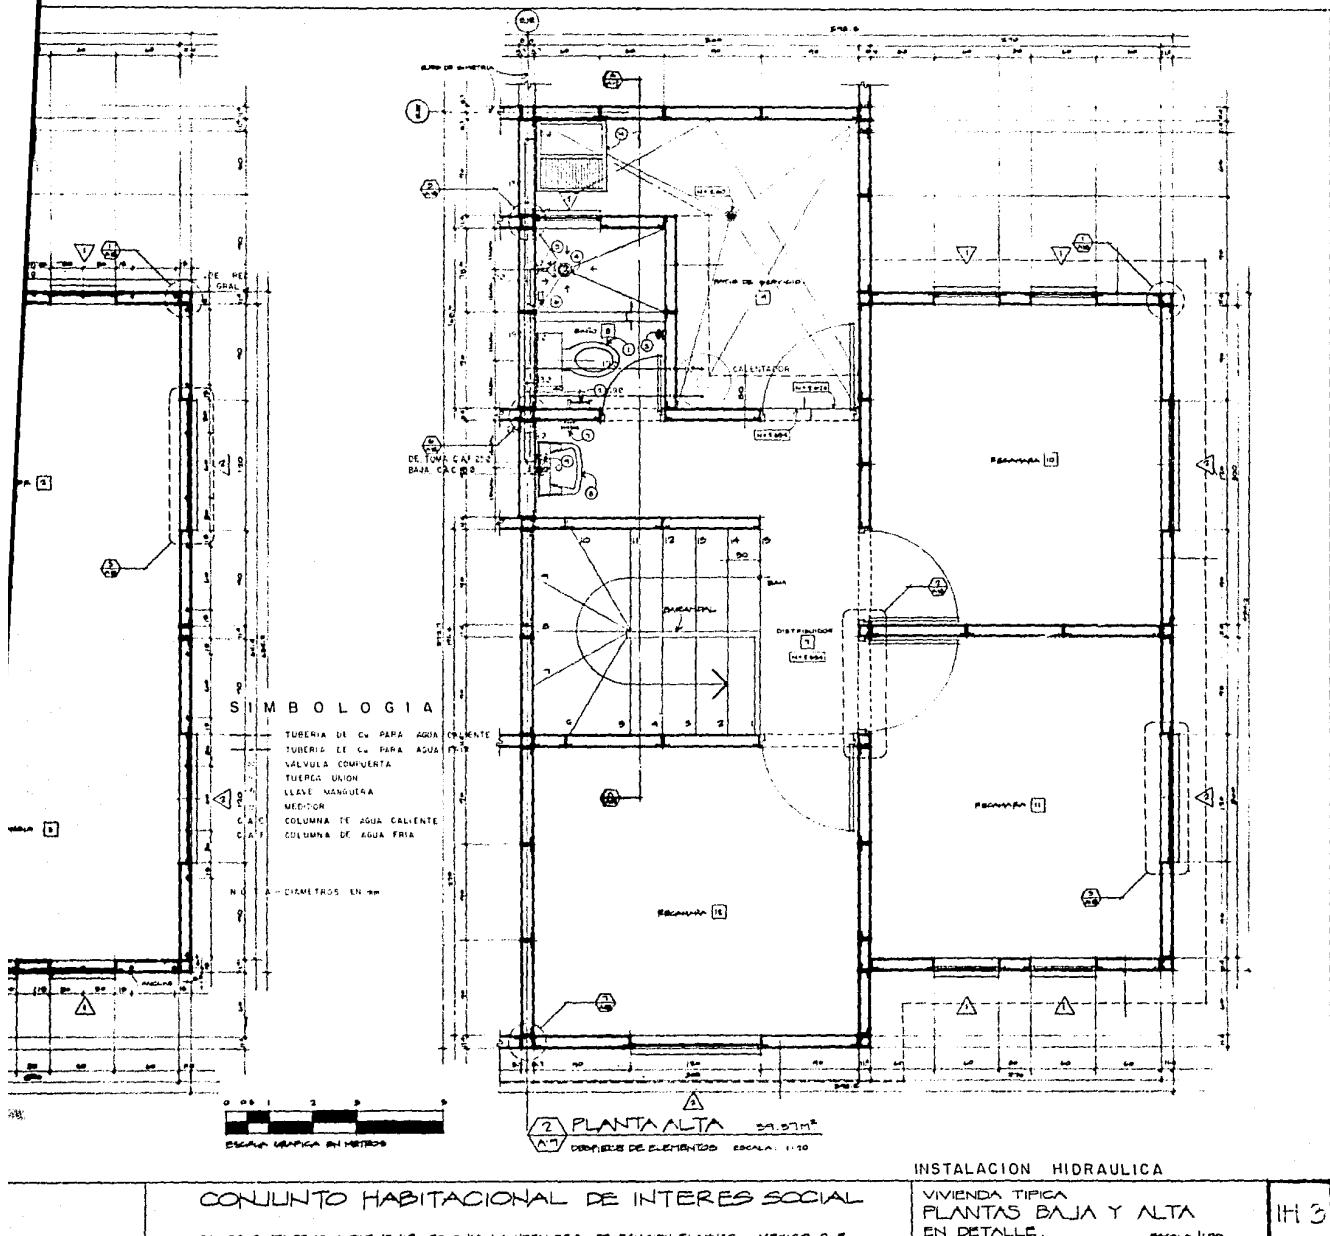

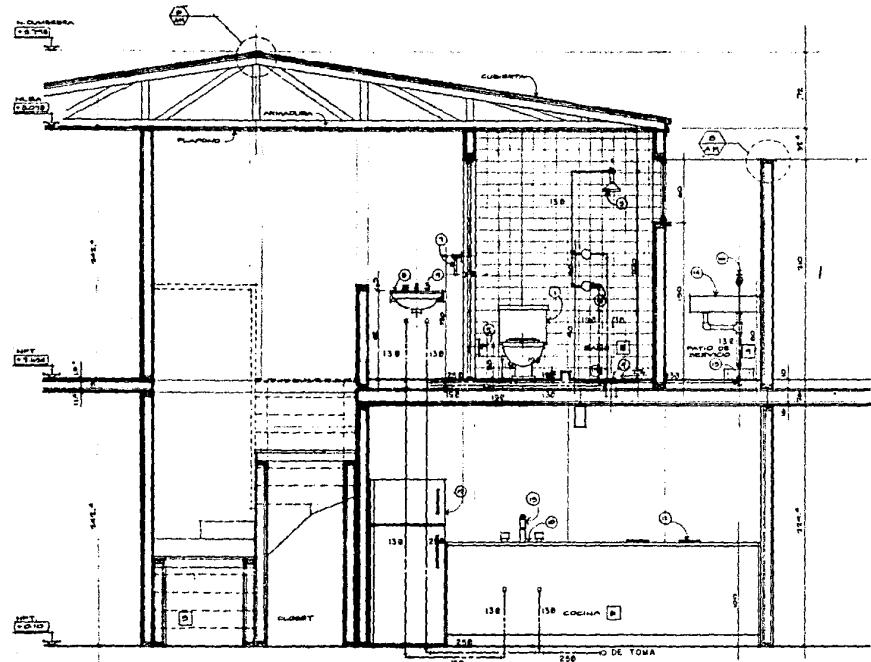

SECCION
VISTAS P. S.
BAÑO Y COCINA


ESCALA 1:100

| TABLA DE MUEBLES Y ACCESORIOS | |
|-------------------------------|---|
| (1) | MESERO DOPPIO DE IDEAL STANDARD |
| (2) | PUERTA BOLLO DE PIPER DE ACEROINOX. IDEAL STANDARD |
| (3) | BANCHO DOBLE CROMADO ALUM. ABS. IDEAL STANDARD |
| (4) | REGLA CRISTAL |
| (5) | GRIFO CON TAPÓN ARTICULADO CLAVE ST. IDEAL STANDARD |
| (6) | MEZCLADORA PARA PREMERA 3500. IDEAL STANDARD |
| (7) | TAPÓN BOMBA DE PVC CROMADO. IDEAL STANDARD |
| (8) | LAVABO CROMADO. IDEAL STANDARD |
| (9) | GRIFOS DE LAVABO. IDEAL STANDARD |
| (10) | TABLA DE ACERO INOXIDABLE |
| (11) | SURAMONDES |
| (12) | REFRESCADORES |
| (13) | ESTANTE DE VITRILLAS. IDEAL STANDARD |
| (14) | LAVADERO |
| (15) | CABINERA CRISTAL. CROMADA |
| (16) | LLAVE DE AGUA ROSQUILLA |
| (17) | GRIFOS DE PVC DE 1/2 IN. |


SIMBOLOGIA


- TUBERIA DE Cu PARA AGUA FRIDA
- TUBERIA DE Cu PARA AGUA CALIENTE
- VALVULA COMPUERTA
- + TUERCA UNION
- MEDIDOR
- LLAVE, MANGUERA
- V.S. VALVULA DE SEGURIDAD

NOTA - DIAMETROS EN MM

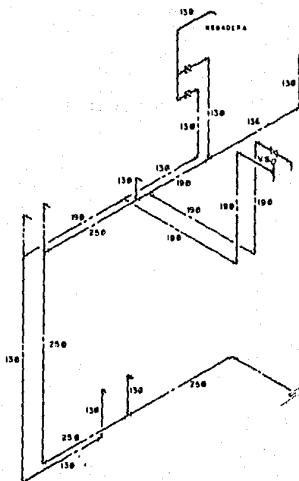



ISOMETRICO
VIVIENDA TIPO

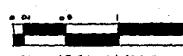

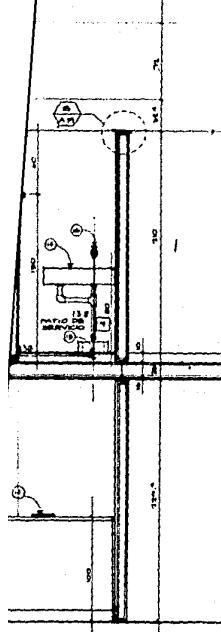

SIMBOLOGIA


- TUBERIA DE CO PARA AGUA FRIA
 - TUBERIA DE CO PARA AGUA CALIENTE
 - VALVULA COMPARTIDA
 - ◊ TURCA UNION
 - MEDIDOR
 - △ CLAVE MANDIERA
 - V.S. VALVULA DE SEGURIDAD
- NOTA -DIAMETROS EN MM.

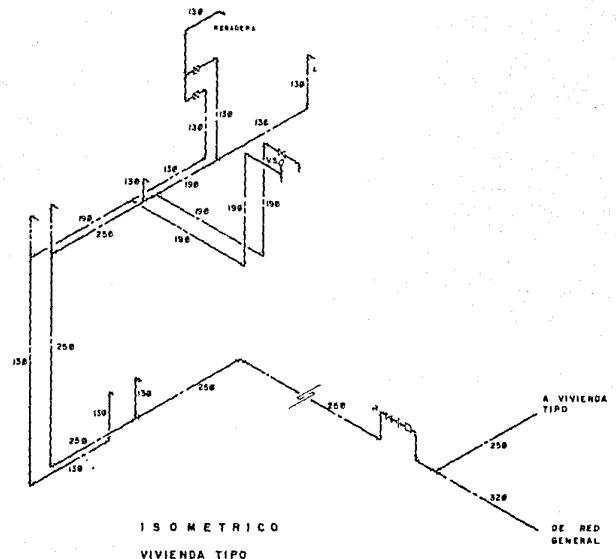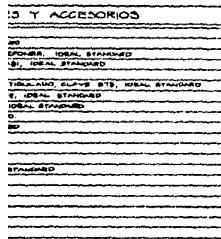

0 1 2
ESCALA GRAFICA EN METROS

INSTALACION HIDRAULICA



| | | |
|--|--|------|
| CONJUNTO HABITACIONAL DE INTERES SOCIAL CALLE SANTA CRUZ Y POTOSIEN, COLONIA LA NORALBA, DELEGACION TLAHUAC, MEXICO, D.F. | VIVIENDA TIPICA SECCION EN DETALLE POR BAÑOS Y COCINA ESCALA 1:50 | IH.4 |
|--|--|------|

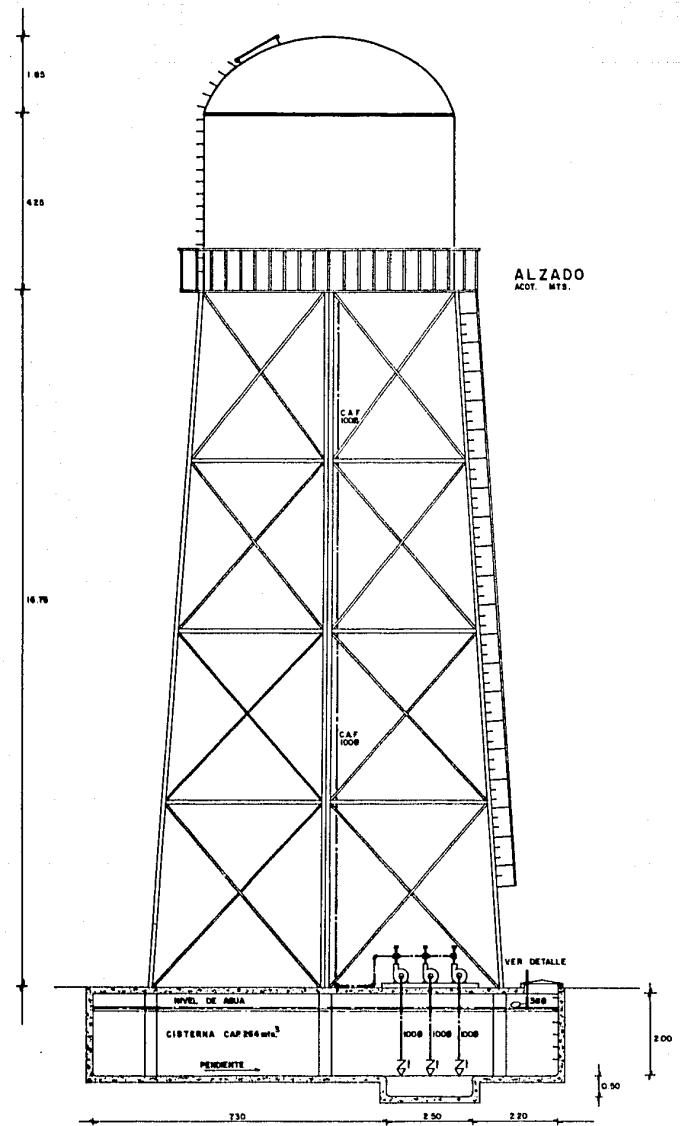

SIMBOLOGIA

- TUBERIA DE CA PARA AGUA FRIA
- VALVULA COMPARTIDA
- VALVULA CHECK
- ◆ TUERCA UNION
- △ VALVULA CHECK COLUMPIO CON PICHANCHA
- TAPON CAPA
- MEDIDOR
- ▲ LLAVE MANUBRIA
- C.A.F. COLUMNAS DE AGUA FRIA




NOTA DIAMETROS EN mm.

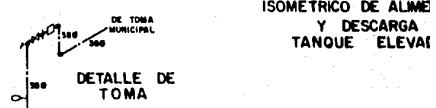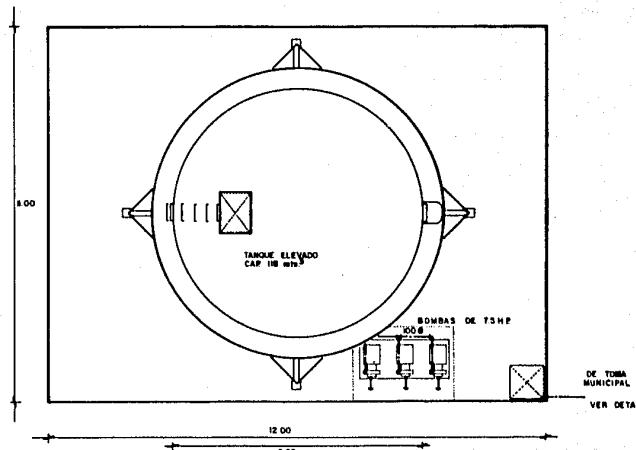


SIMBOLIC

- TUBERIA DE CO. PARA AGUA FRIA
- VALVULA COMPUERTA
- VALVULA CHECK
- ↓ TUERCA UNION
- VALVULA CHECK COLUMPIO CON PICOCHANA
- TAPON CAPA
- MEDIDOR
- LLAVE MANIBURA
- C.A.F. COLUMNAS DE AGUA FRIDA

NOTA: DIAMETROS EN mm

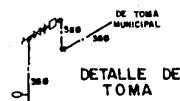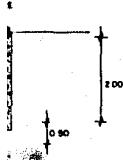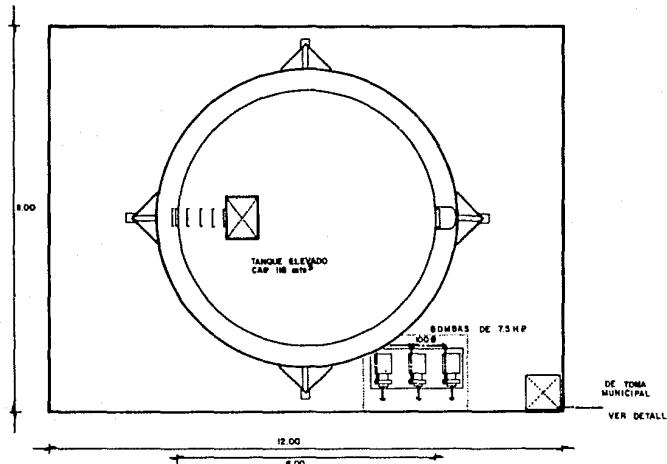

ISOMETRICO DE ALIMENTACION
Y DESCARGA DE
TANQUE ELEVADO

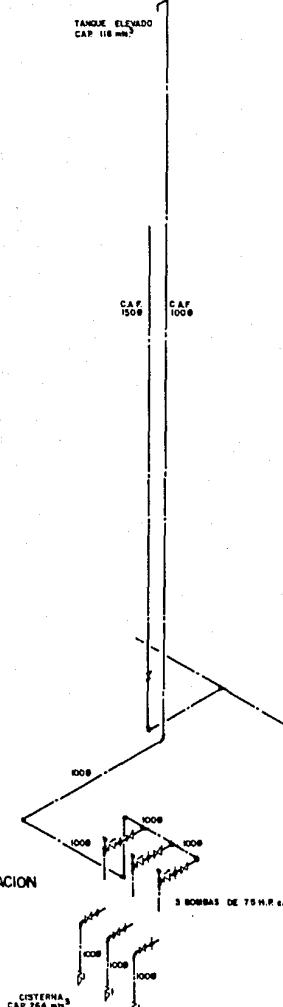

CONJUNTO HABITACIONAL DE INTERES SOCIAL


CALLEZ SANTA CRUZ Y FORESTIER, COLONIA LA HORNILLERA, DELLEGACION TLALINGO, MEXICO D.F.

IH-5

S I M B O L O G I A


- TUBERIA DE Cu PARA AGUA FRÍA
- ← VALVULA DE COMPUESTA
- LAVAJE MANGUERA
- + FUERZA UNION
- TAPÓN CABA
REGIDOR

NOTA.—DIAMETROS EN mm.

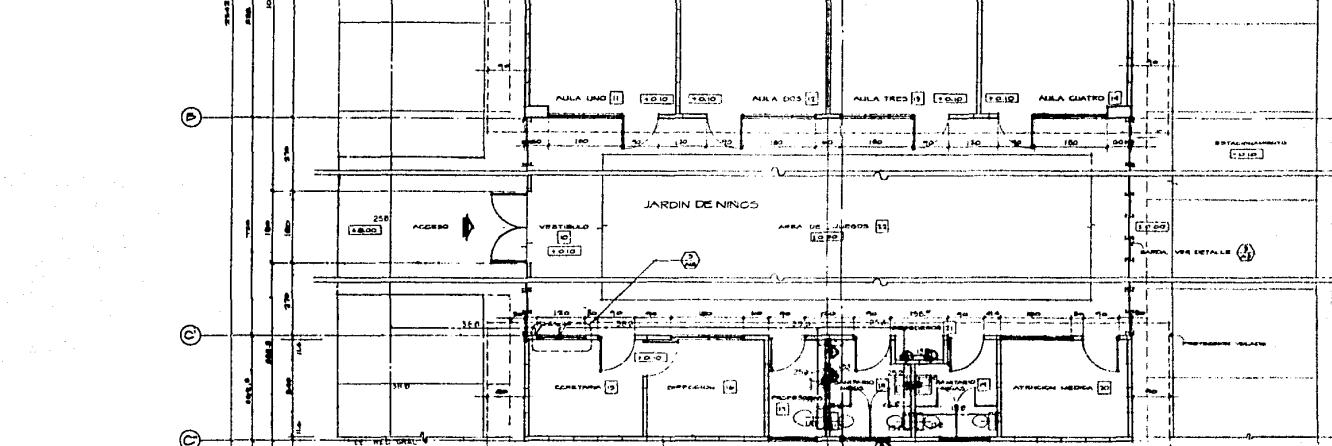


TESIS PROFESIONAL
MOISES KOPE LIOVICH EFFRATO
UNIVERSIDAD ANTONIO

CONJUNTO HABITACIONAL DE INTERES SOCIAL
CALLEZ SANTA CRUZ Y PORVENIR, COLONIA LA NOVALERA, DELEGACION TLALPAN, MEXICO, D.F.

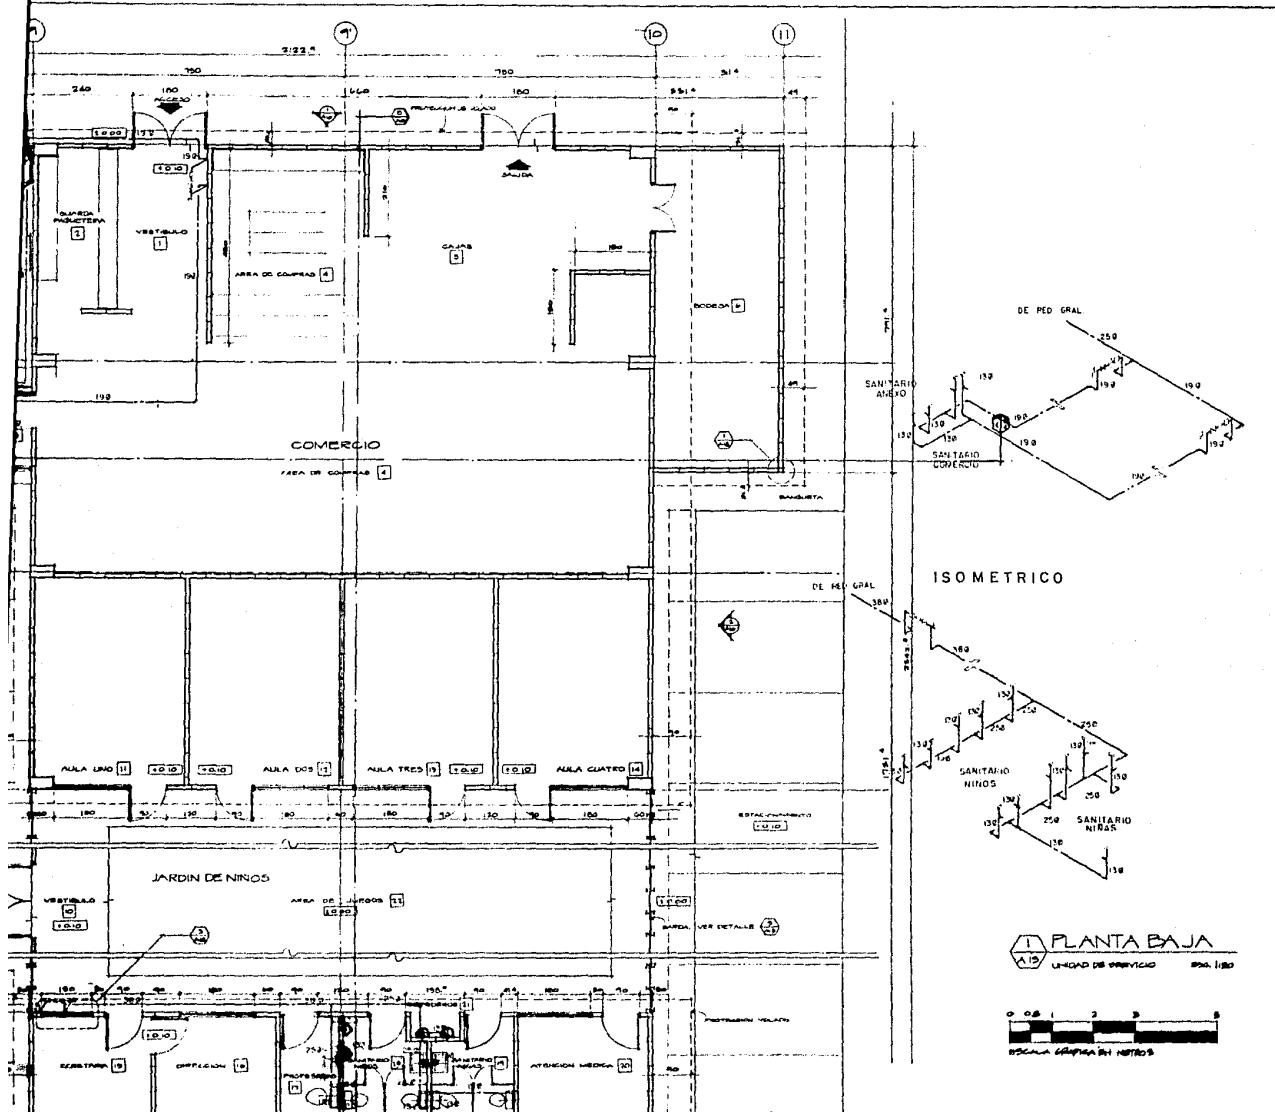




| | CONJUNTO HABITACIONAL DE INTERES SOCIAL | UNIDAD DE SERVICIO PLANTA | ESCALA 1:100 |
|--|---|---------------------------|--------------|
| | CALLES SANTA CRUZ Y PORVENIR, COLONIA LA NOPALERA, DELEGACION TLAHUIZ, MEXICO, D.F. | | |

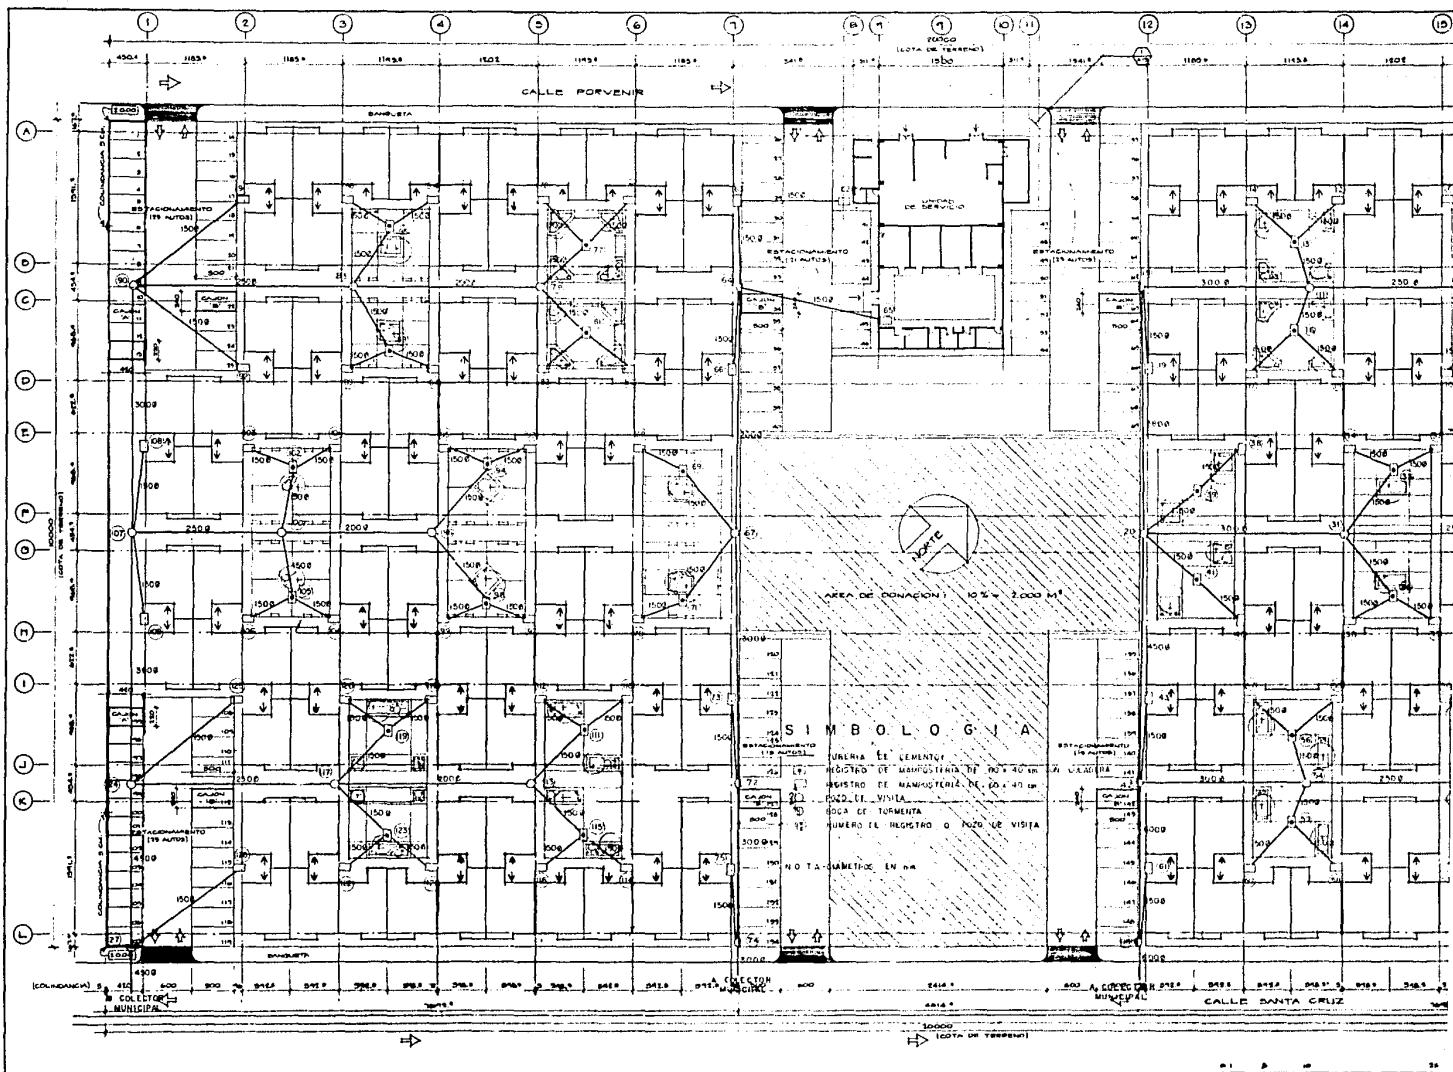

TESIS PROFESIONAL
MOISES KOPELOVICH EFRATO
UNIVERSIDAD ANHALTA
MÉXICO, D.F. 1980

CONJUNTO HABITACIONAL DE INTERES SOCIAL
CALLE SANTA CRUZ Y CALLE PORVENIR, COLONIA LA NOVALERA, DELIMITACION TLAHUAC, MÉXICO, D.F.

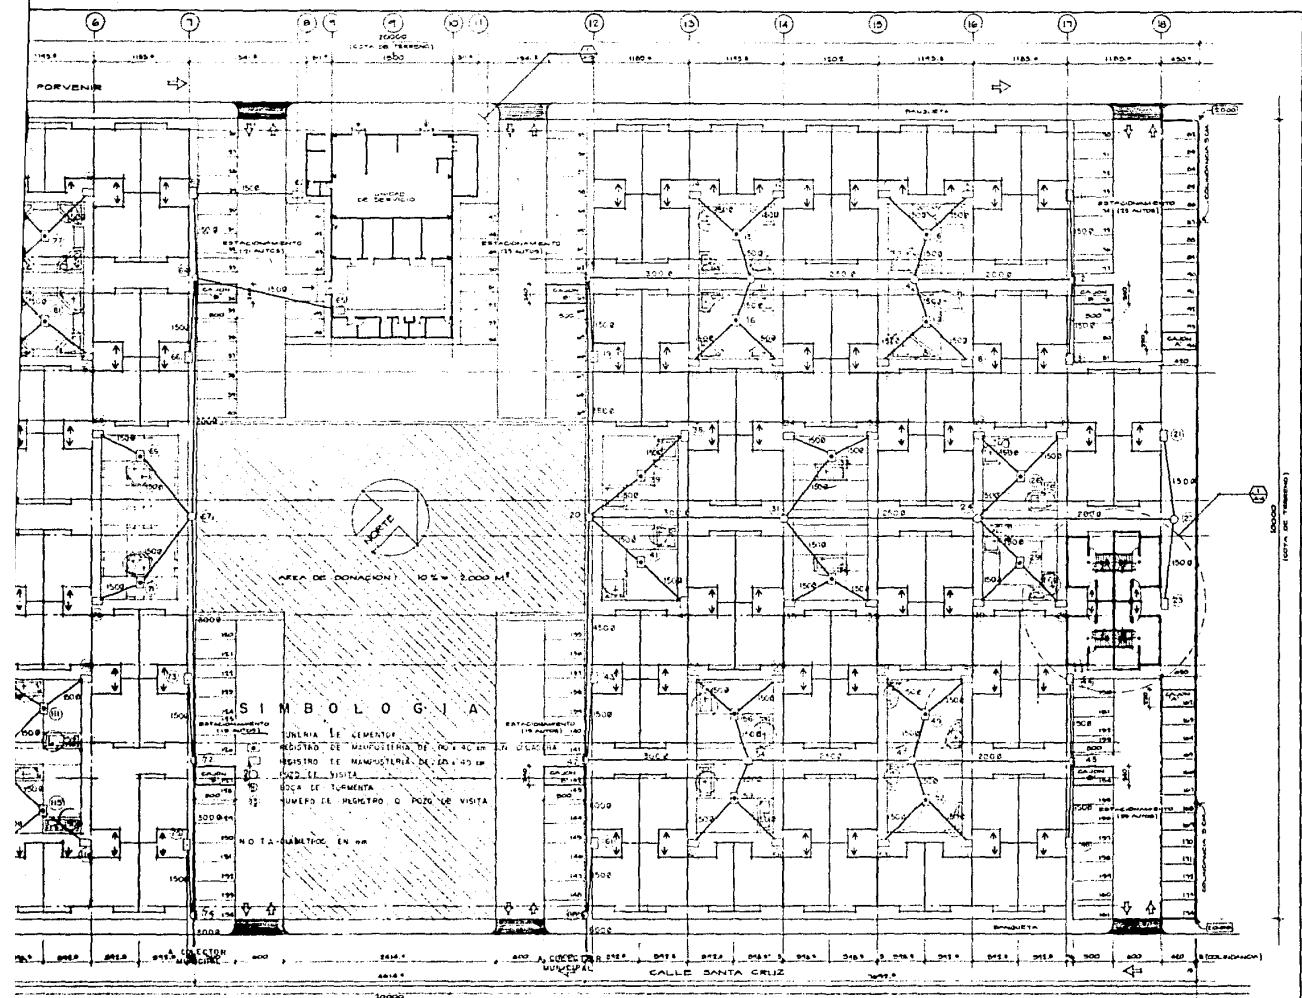


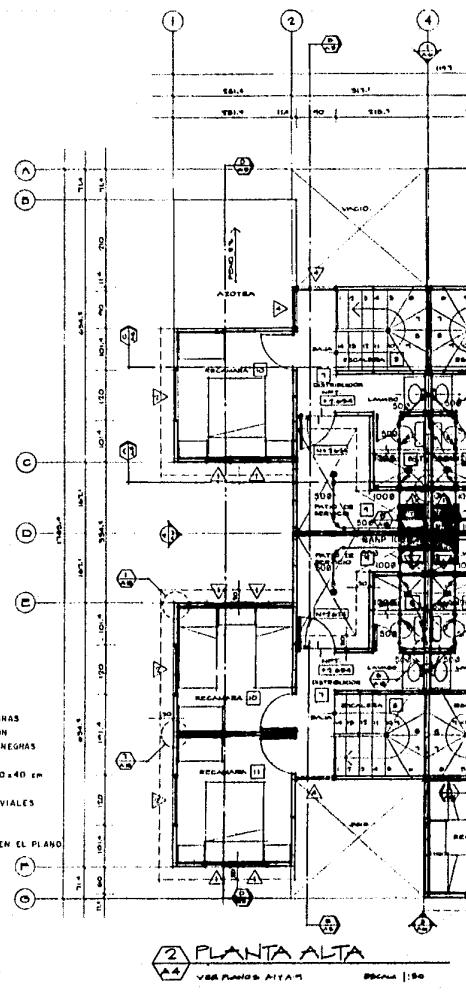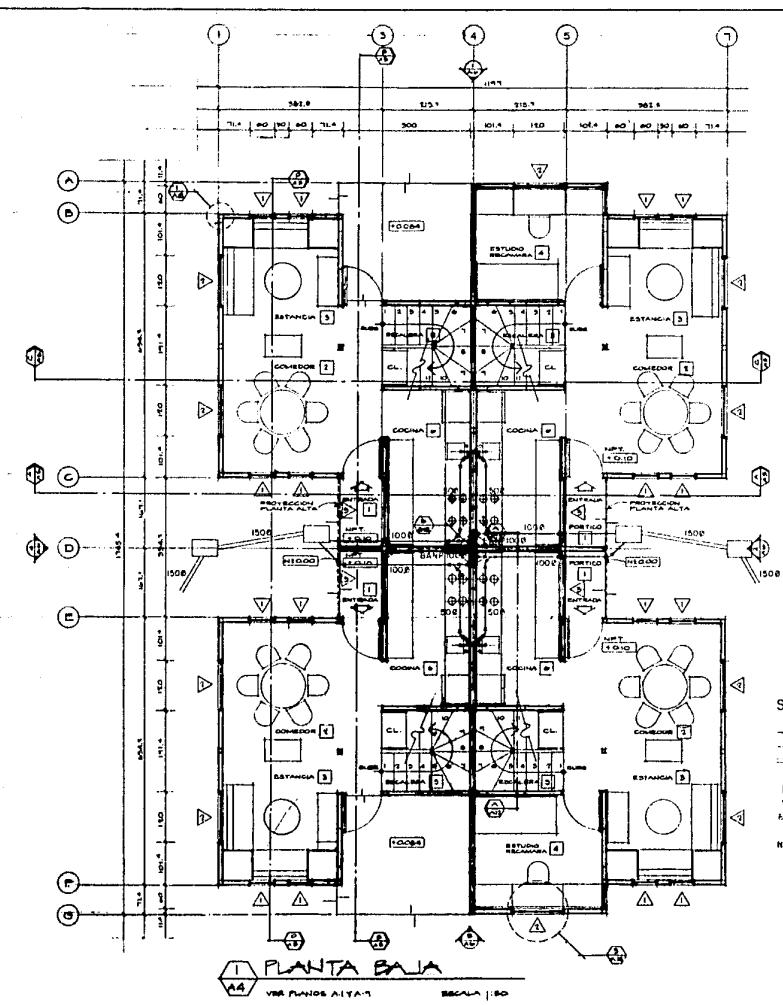




S I M B O L O G I A


- > TUBERIA DE PVC PARA AGUAS NEGRAS
- > TUBERIA DE PVC PARA VENTILACION
- > TUBERIA DE CEMENTO PARA AGUAS NEGRAS
- COLADERA CESPOL
- REGISTRO DE MAMPISTERIA DE 60x40 cm
- > SURE TUBO DE VENTILACION
- BAJO BAJADA DE AGUAS NEGRAS Y PLUVIALES

NOTA - DIAMETROS EN MM.
VER RECORRIDO DE INSTALACIONES EN EL PLANO DE VIVIENDA TIPICA EN DETALLE

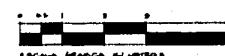

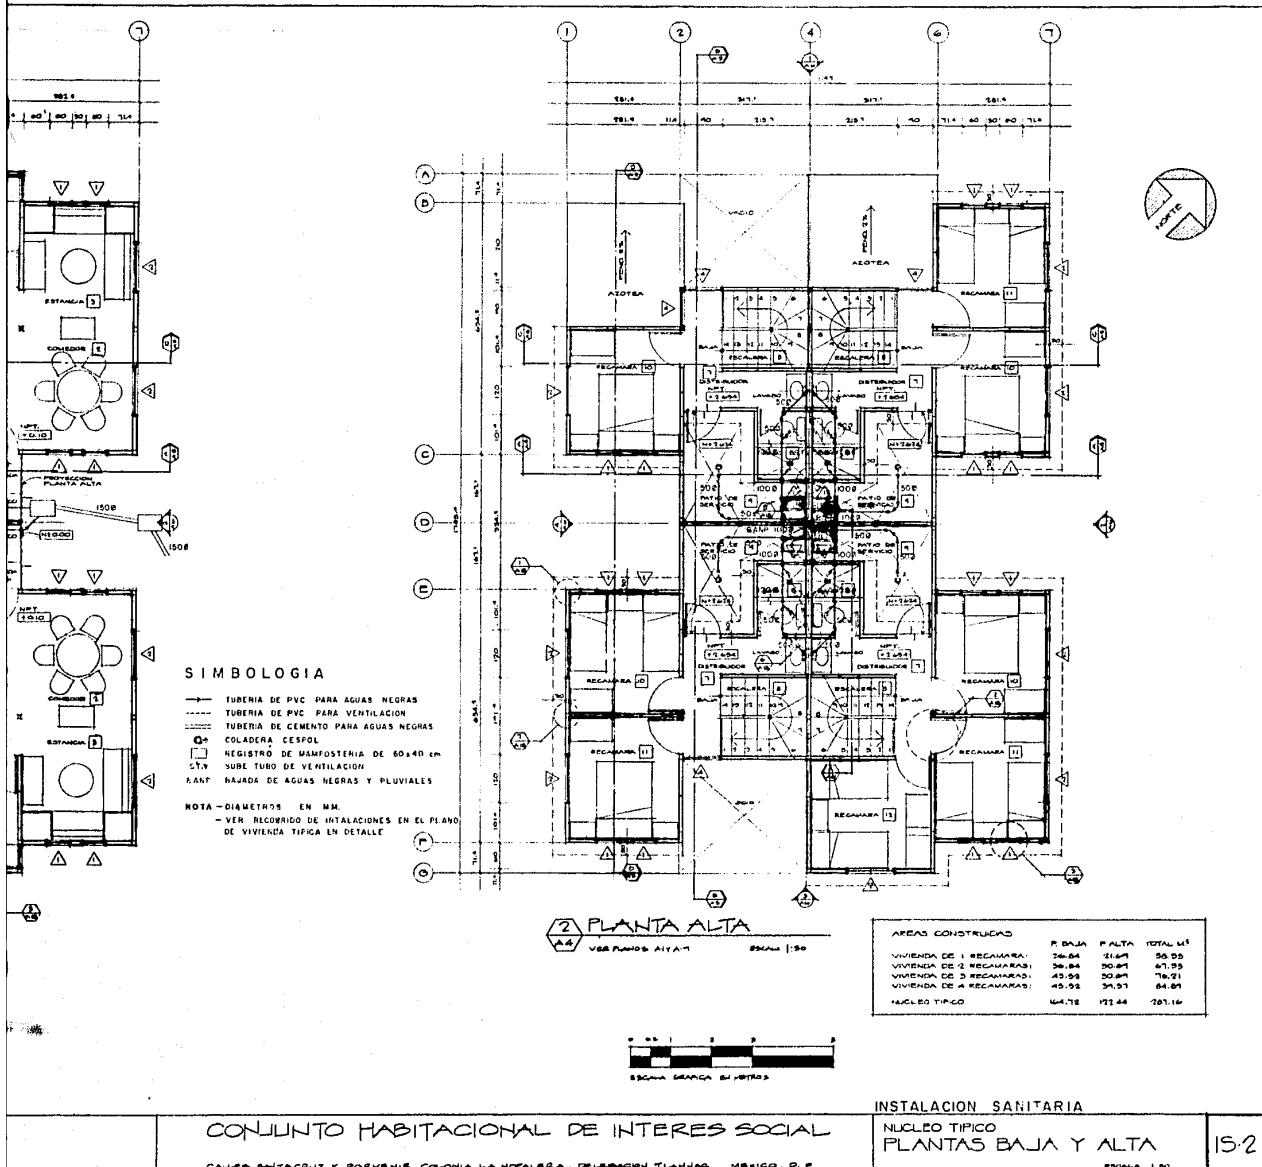


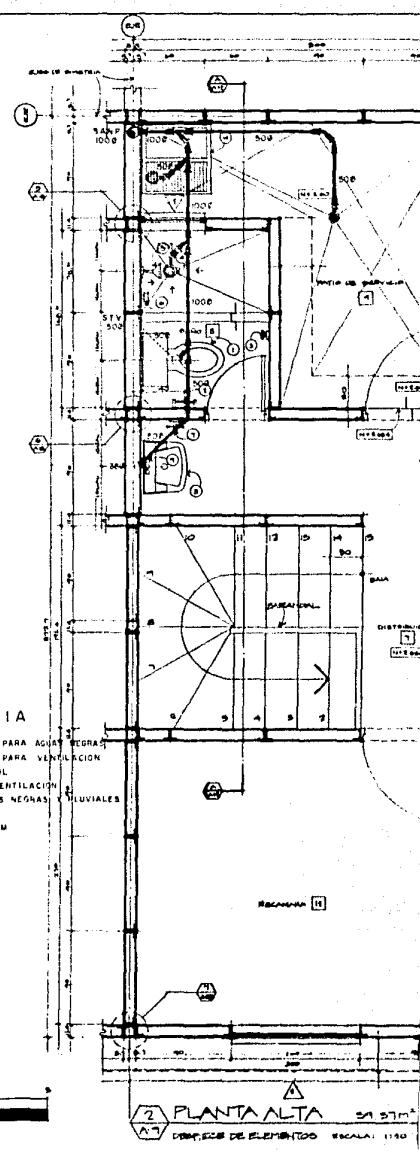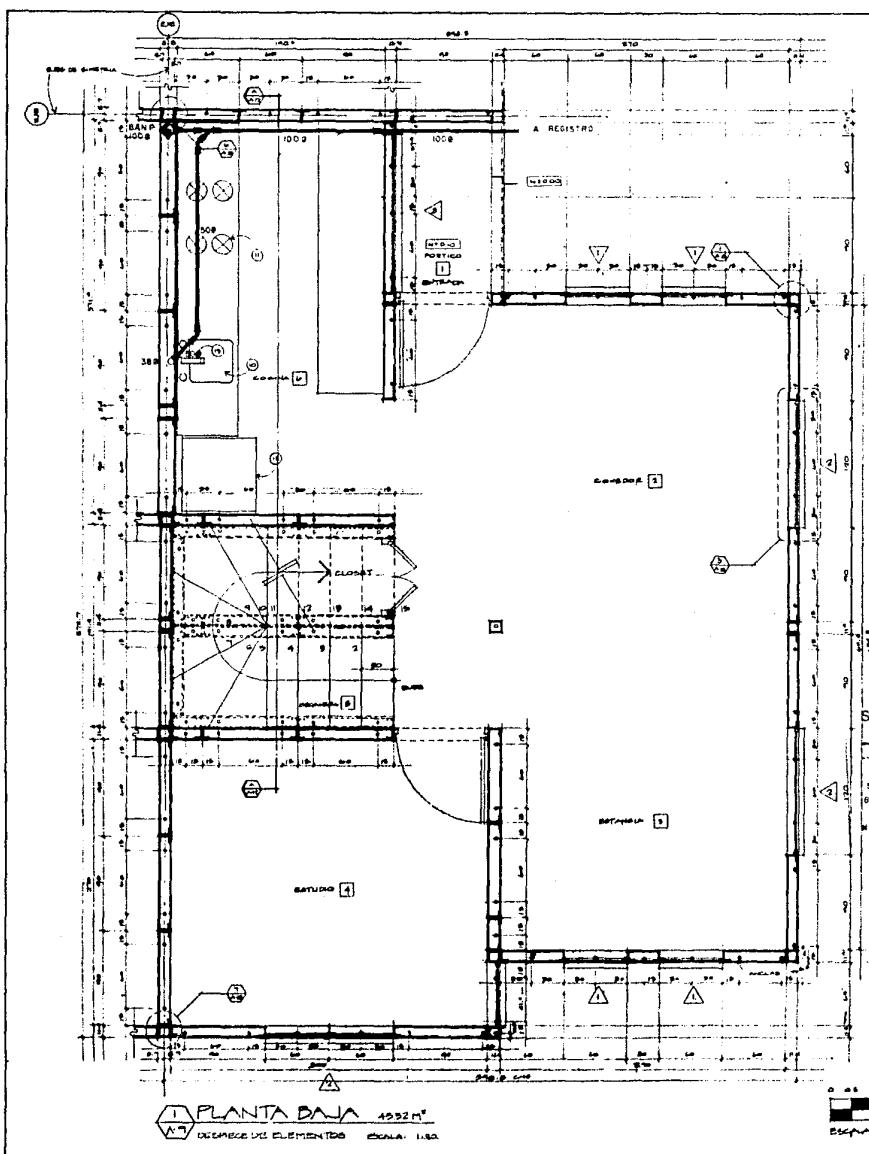

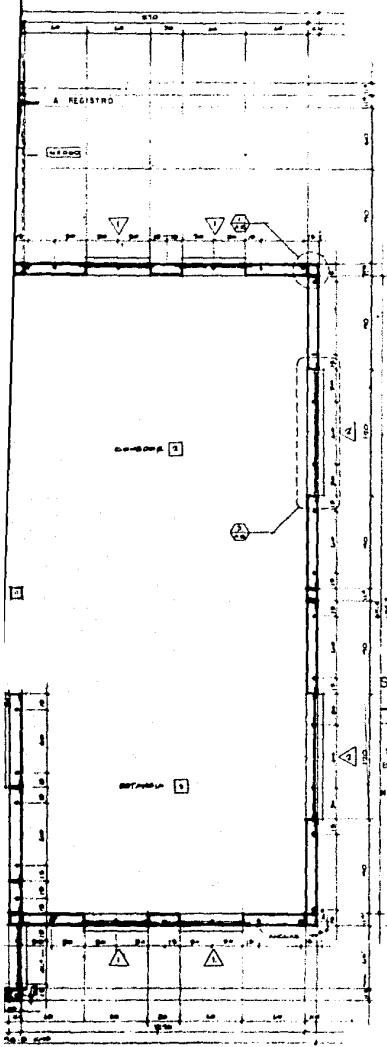

ESCALA GRÁFICA EN METROS


0 1 2 3 4 5 6 7 8 9 10

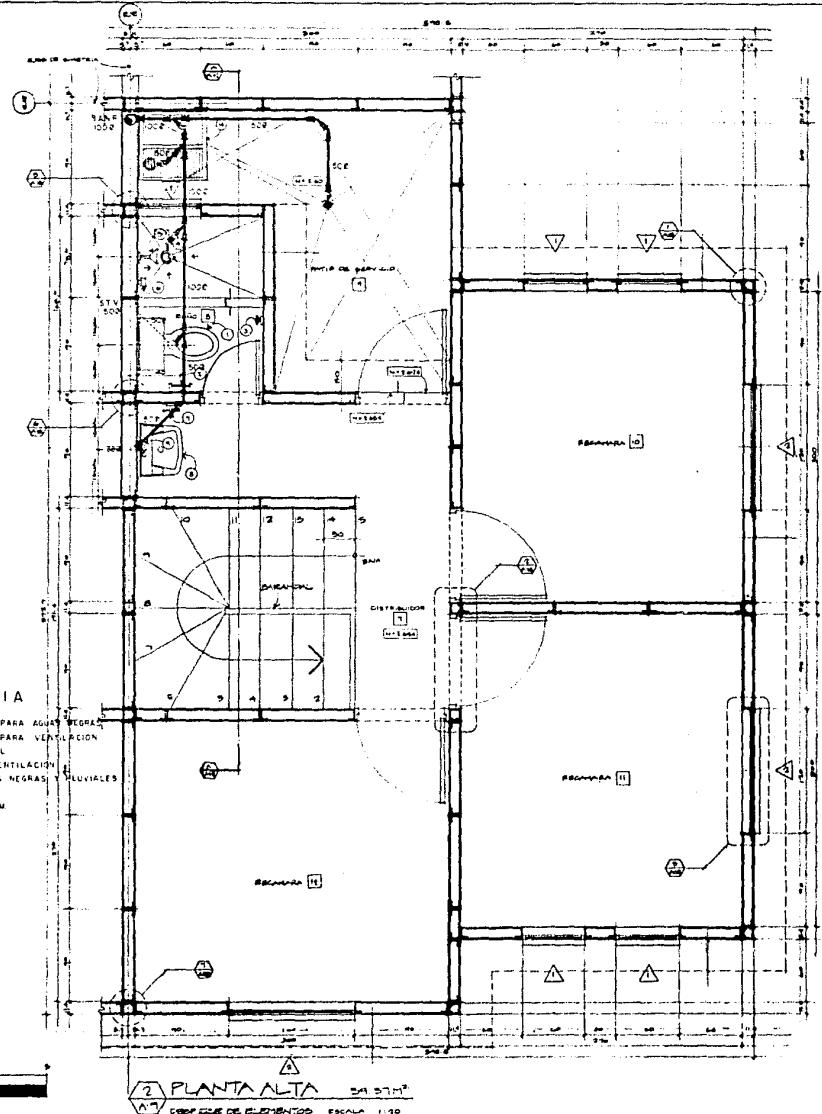

INSTALACION SANITARIA

VIVIENDA TÍPICA
PLANTAS BAJA Y ALTA
EN DETALLE.

15.3

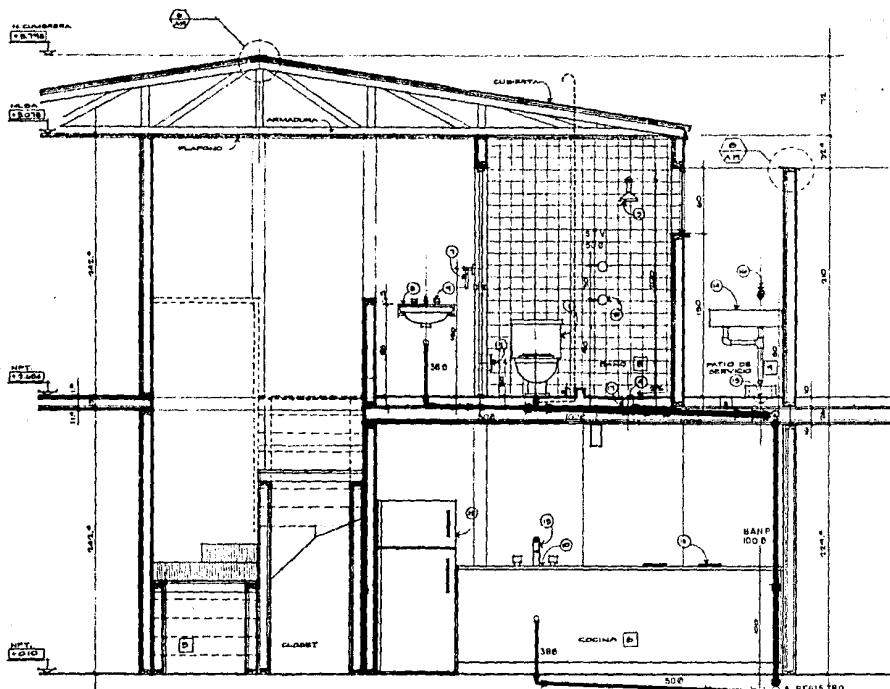

SECCION

ESCALA 1:50

| TABLA DE MUEBLES Y ACCESORIOS | |
|-------------------------------|--|
| (1) | MODULOS ALUMINIO DE OBRA STANDAR |
| (2) | PUERTA BOLSA DE PAPEL DE SORTEPOWER, IDEAL STANDAR |
| (3) | BANERO DOBLE CRISTALADO BONO AB, IDEAL STANDAR |
| (4) | RESPIRORES |
| (5) | RESPONERA MECANICO ULTRASILE ARTICULADO CLAVE 515, IDEAL STANDAR |
| (6) | MESCLADERA PARA REFRIGERADORA 3000, IDEAL STANDAR |
| (7) | TOMILLERO DE ARROLLA CERAMICO, IDEAL STANDAR |
| (8) | LAVABO TACONADA, IDEAL STANDAR |
| (9) | ARMARIO DE LAVADO, IDEAL STANDAR |
| (10) | ESTANTE DE ACERO INOXIDABLE |
| (11) | GOLEADORES |
| (12) | REFRESCADOR DIA |
| (13) | LAVADA CON DESCHIPIFERA, IDEAL STANDAR |
| (14) | LAVABO |
| (15) | COLMADERA CERAMICO, ESTRECHA |
| (16) | LLAVES DE VIBRA RESONANT |
| (17) | CEPILLO DE PVC DE 200 MM |

S I M B O L O G I A

- TUBERIA DE PVC PARA AGUAS NEGRAS
- TUBERIA DE PVC PARA VENTILACION
- STV: SUECO TUBO DE VENTILACION
- BANP: BAJADA DE AGUAS NEGRAS Y PLUVIALES

NOTA - DIAMETROS EN MM



ESCALA GRAFICA EN METROS

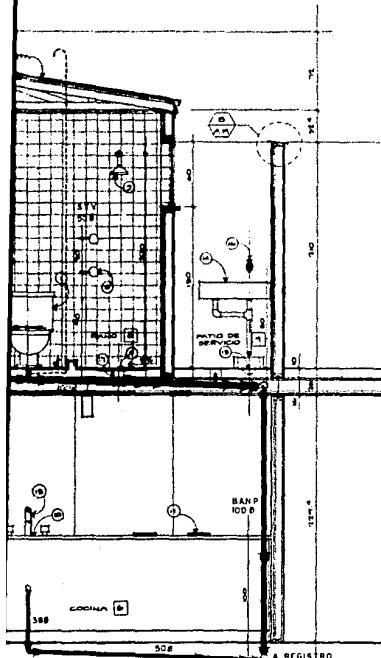



TABLA DE MUEBLES Y ACCESORIOS

| |
|--|
| ARMARIO OLVIDO DE IDEAL STANDARD |
| MESA DE PISO DE MADERA IDEAL STANDARD |
| LAVABO DUEÑA CERAMICO BONO FBI, IDEAL STANDARD |
| LAVABO CERAMICA |
| BANERA MERCURIO CERAMICO AFRICANO, CLAVE 119, IDEAL STANDARD |
| BAÑERA RECLINADA, BONITA, IDEAL STANDARD |
| PLATO DE ARROZ CERAMICO, IDEAL STANDARD |
| VASO TAPERAS, IDEAL STANDARD |
| VIDRIOS DE LUCES, IDEAL STANDARD |
| VIDRIOS DE MESA, IDEAL STANDARD |
| REJILLAS |
| PINTURAS |
| AVENT SANITARIOS, IDEAL STANDARD |
| ARMARIO DE COCINA, IDEAL STANDARD |
| LAVABO CERAMICA, CERAMICA, |
| ATO DE MESA BONITA |
| PIPE DE PVC DE 50 MM. |

S I M B O L O G I A


- TUBERIA DE PVC PARA AGUAS NEGROAS
- TUBERIA DE PVC PARA VENTILACION
- STX SUBE TUJO DE VENTILACION
- BANP BAJADA DE AGUAS NEGROAS Y PLUVIALES

NOTA - DIAMETROS EN MM.

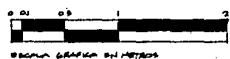


ESCALA GRANDE EN METROS


INSTALACION SANITARIA

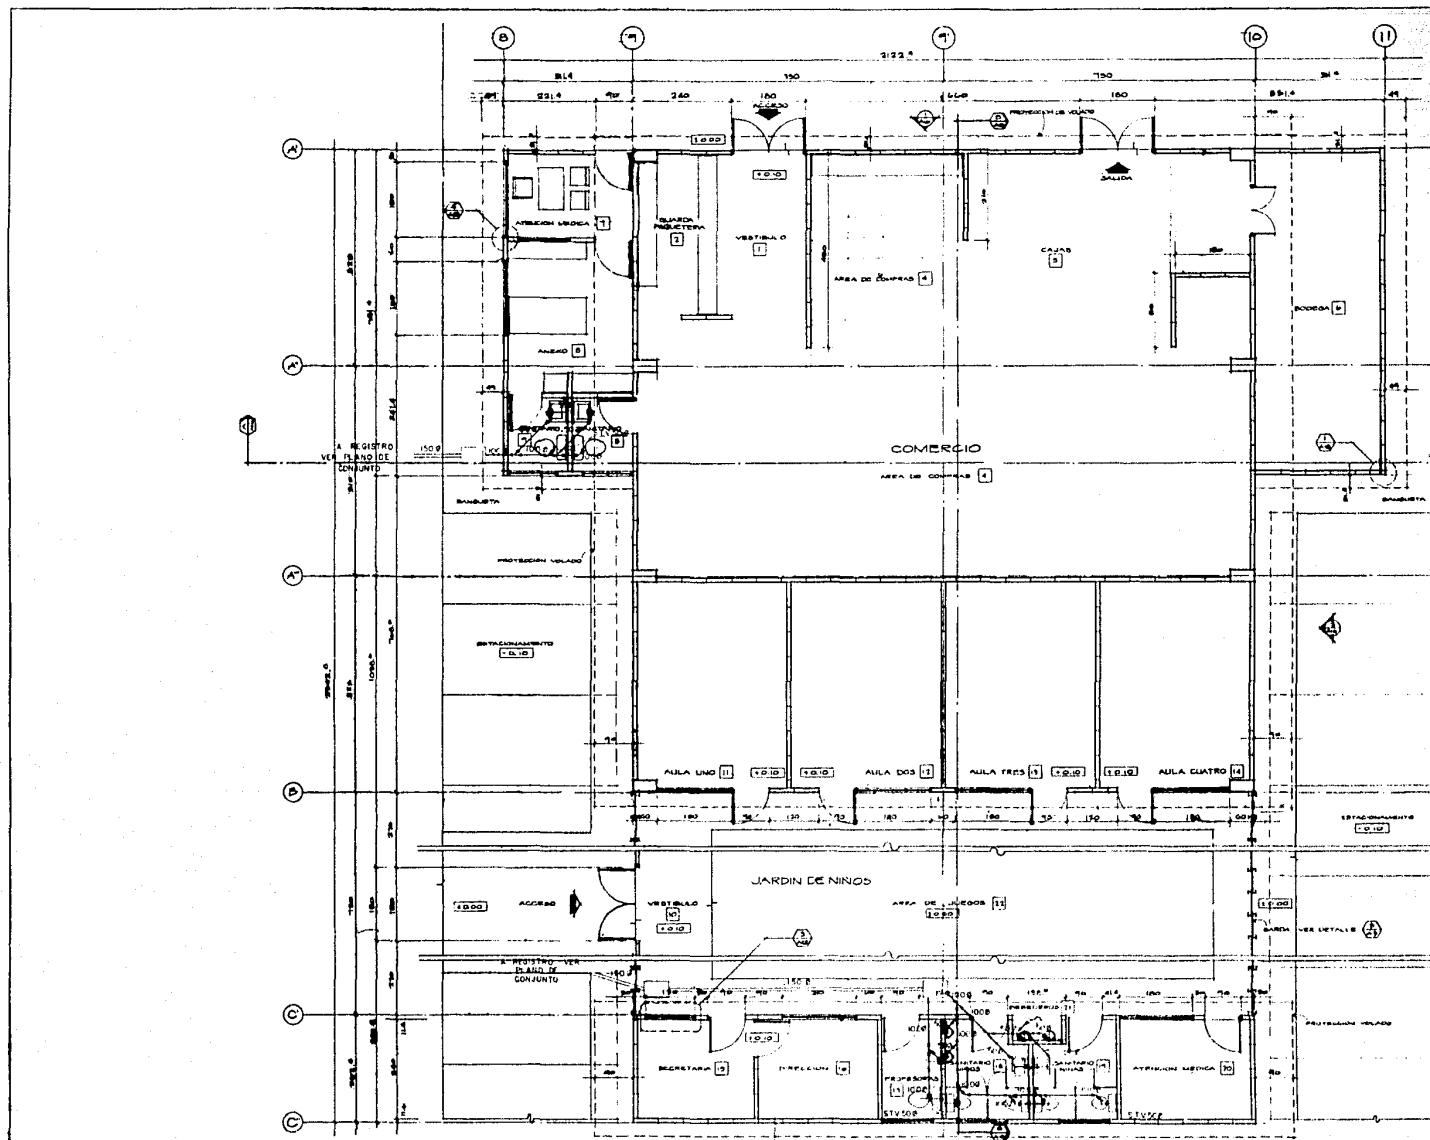

TESIS PROFESIONAL
MOISES KOPELOVICH EFRATO
UNIVERSIDAD ANTONIO
MEXICO, D.F. 1986


CONJUNTO HABITACIONAL DE INTERES SOCIAL
CALLE SANTACRUZ Y PORVENIR, COLONIA LA NOPALERA, DELEGACION TLAHUIAC, MEXICO, D.F.

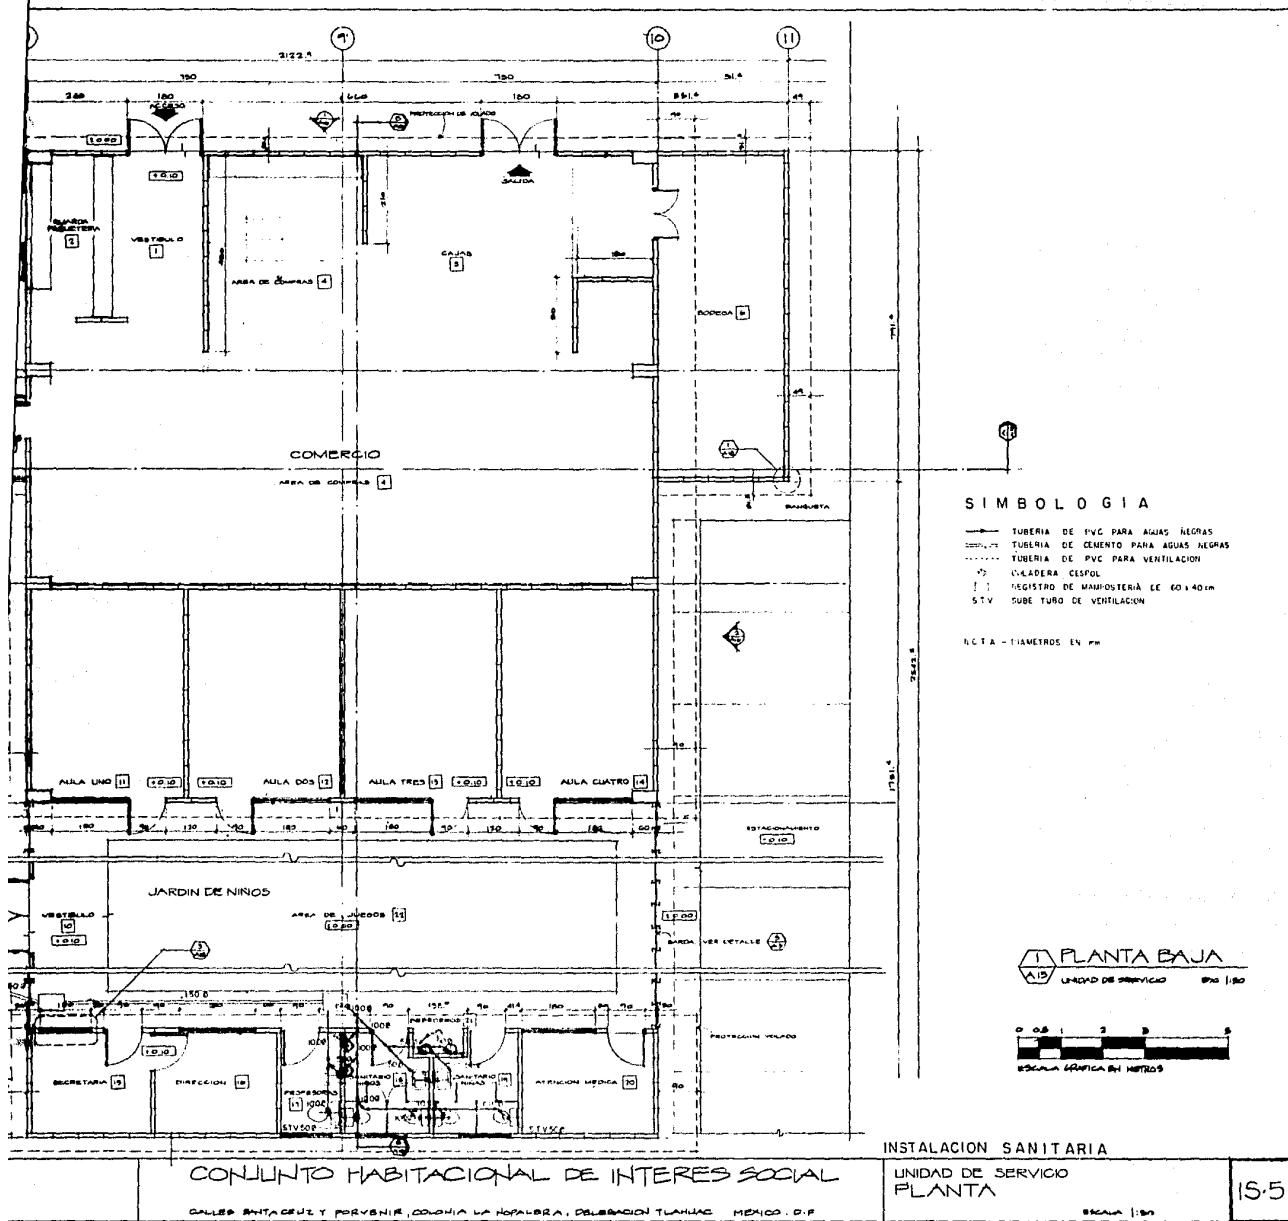

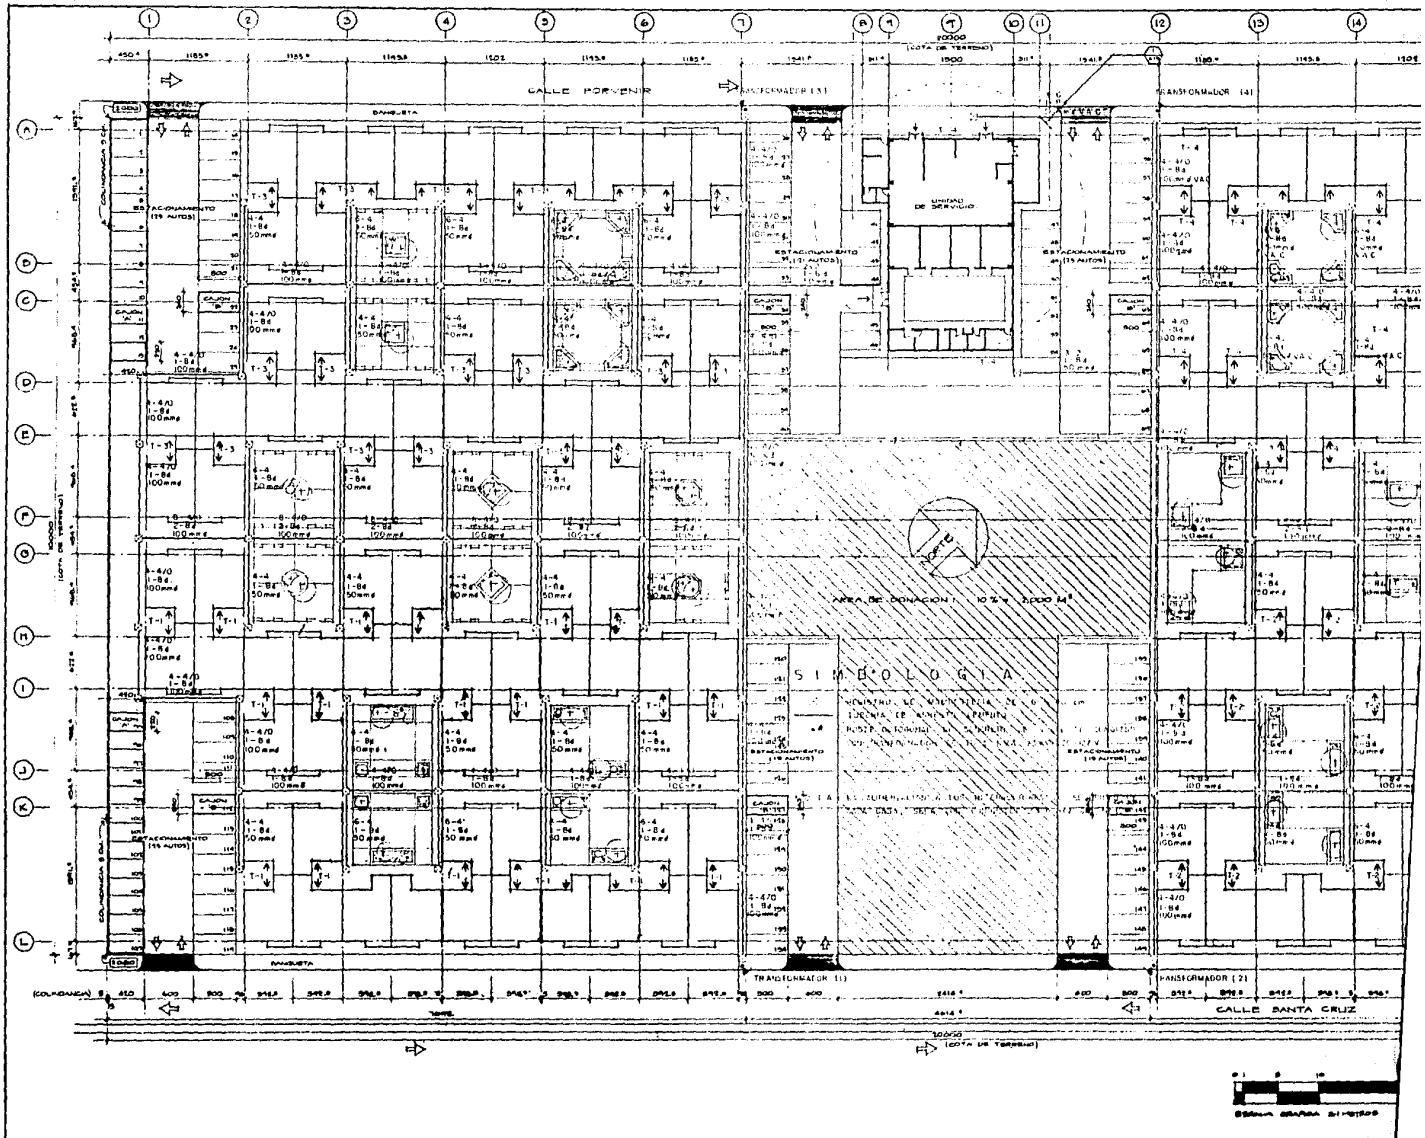

TESIS PROFESIONAL
MOISÉS KOPELIOVICH EFRATO
UNIVERSIDAD NACIONAL
MÉXICO, D.F., 1986.

CONJUNTO HABITACIONAL DE INTERÉS SOC
CALLE BONITA Y MONTAÑA, COLONIA LA NEGRALES, DELEGACIÓN TLALNEPANTLA, MÉXICO

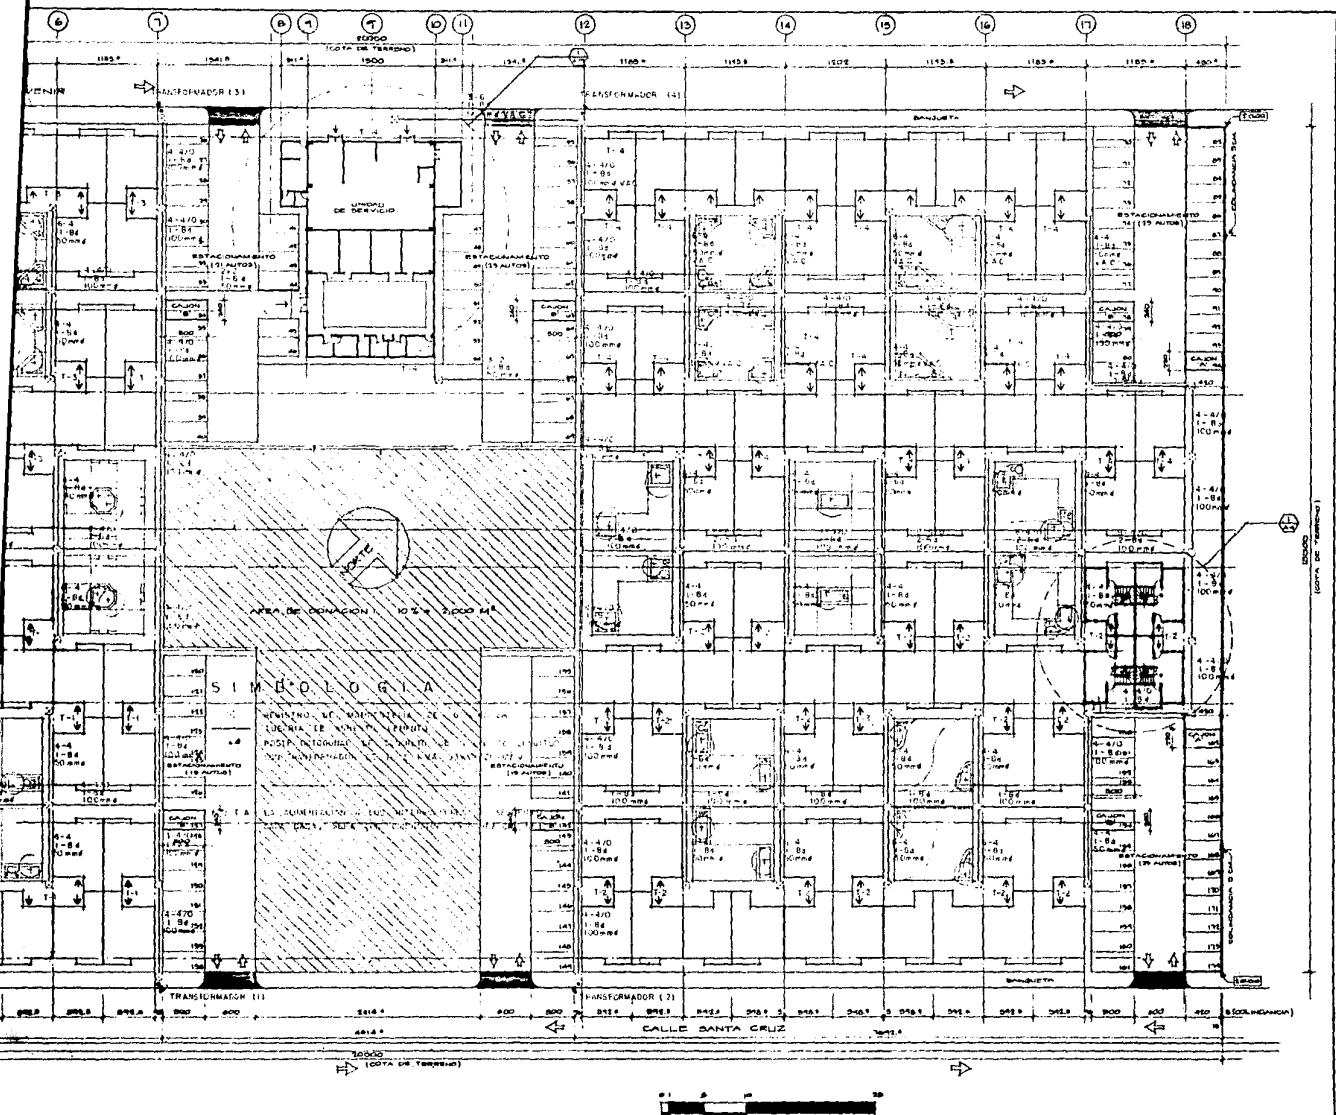

CONJUNTO HABITACIONAL DE INTERÉS SOCIAL


CALLES SANTA CRUZ Y PORVENIR, COLONIA LA NOGALEA, DELEGACIÓN TLALHUAC, MÉXICO, D.F.



INSTALACIÓN ELÉCTRICA ALIMENTACIONES GENERALES

PLANTA BAJA DE CONJUNTO

IE-1

ESCALA 1:250

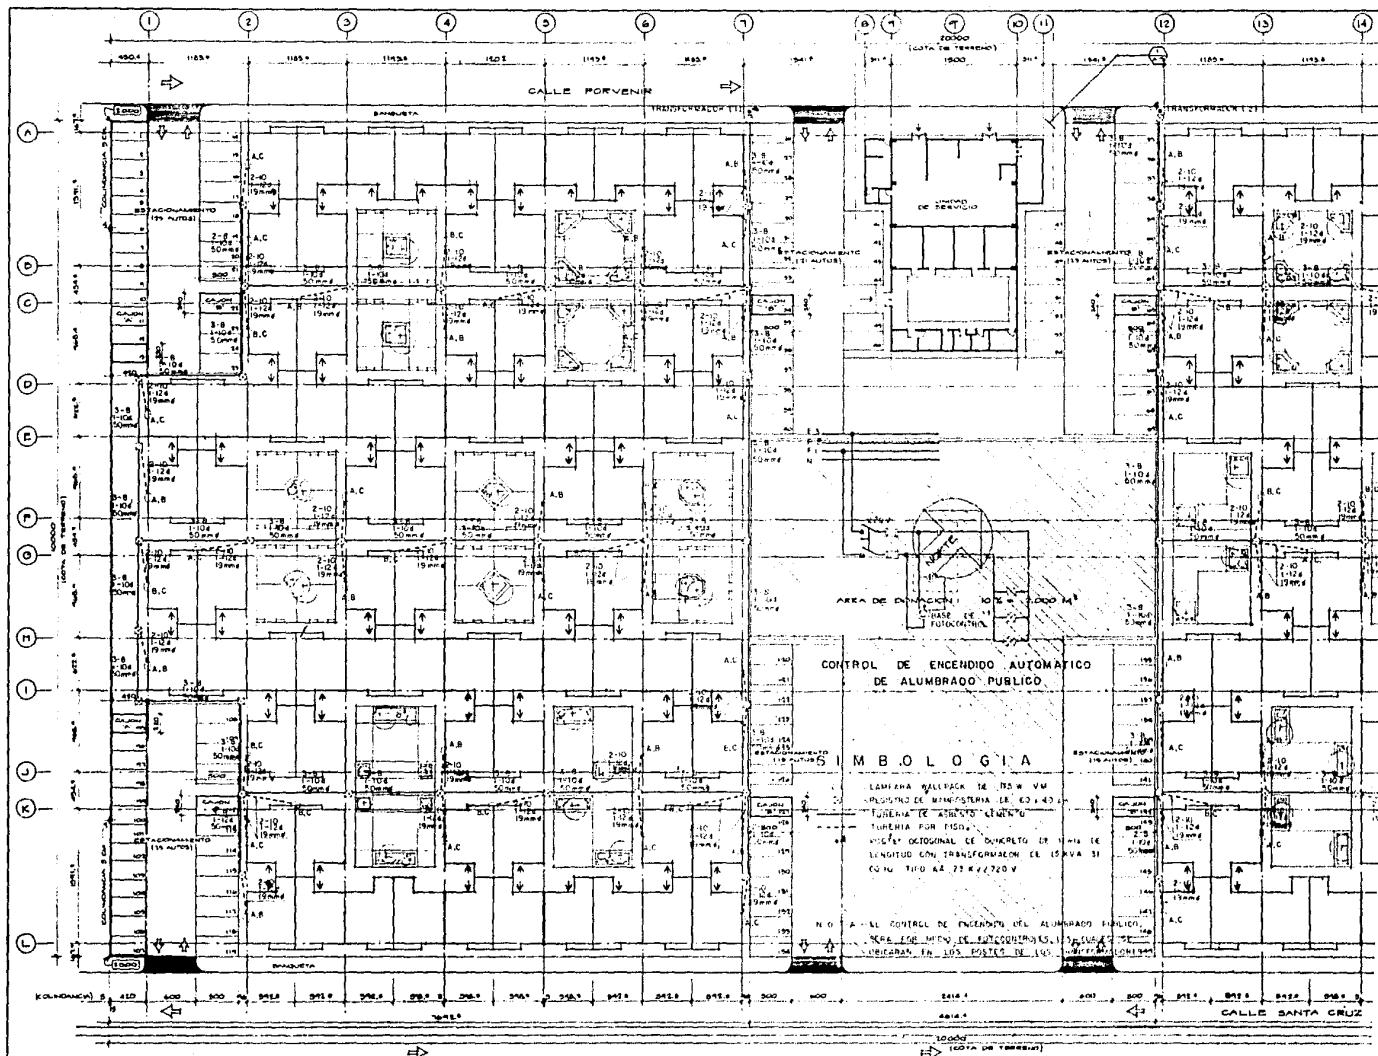

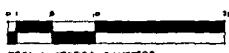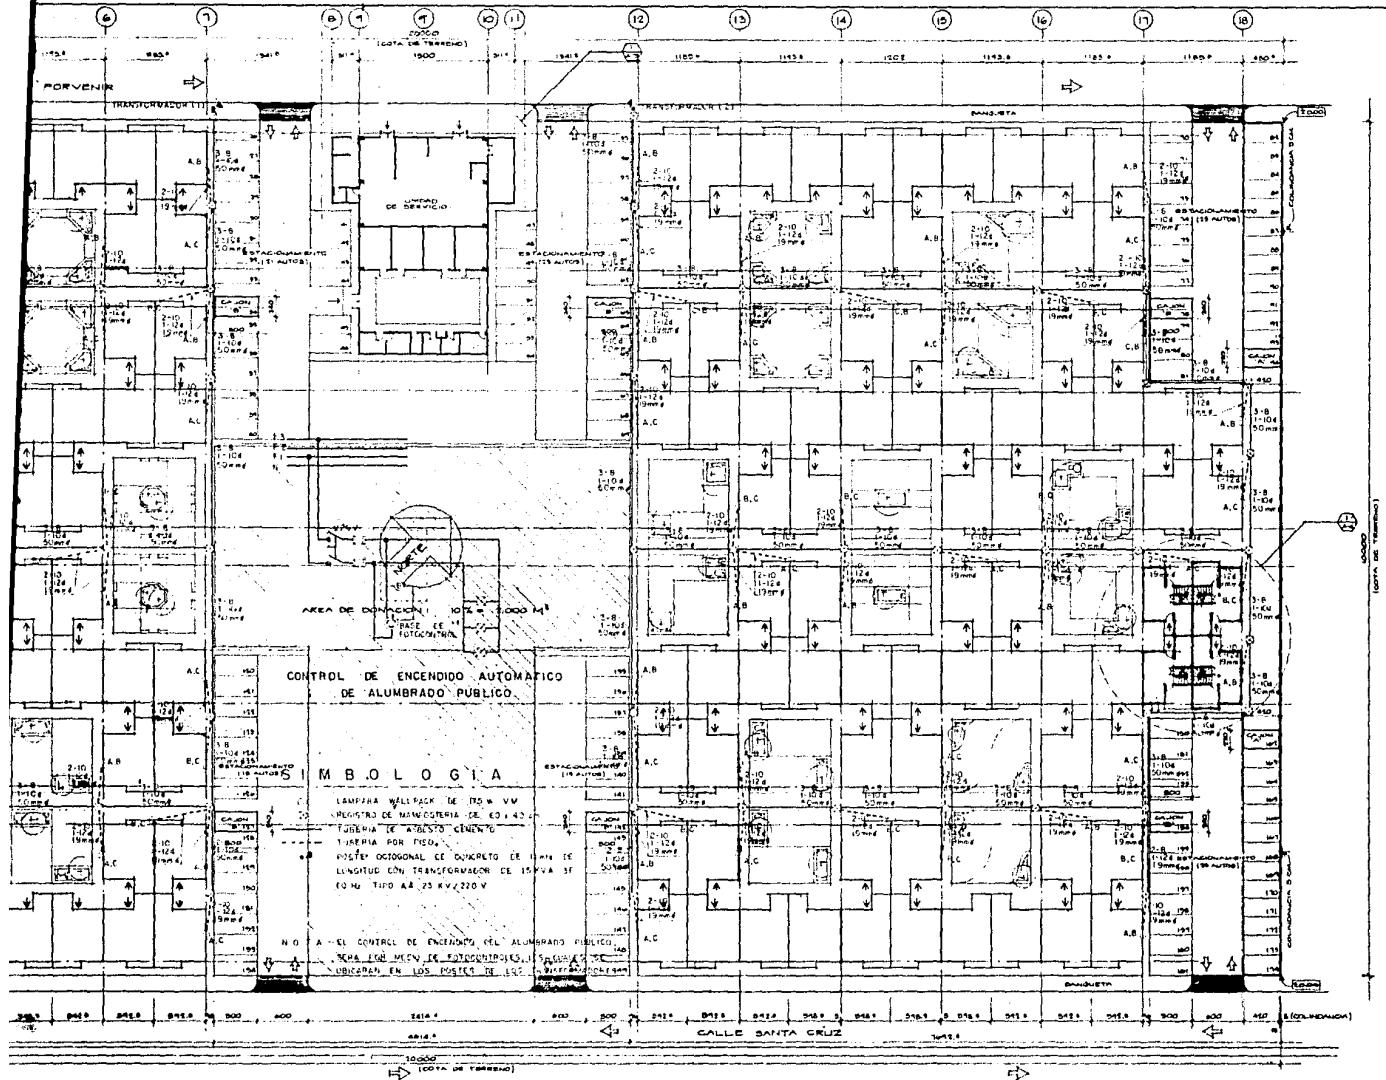

INSTALACION ELECTRICA ALUMBRADO EXTERIOR


CONJUNTO HABITACIONAL DE INTERES SOCIAL

CALLEZ SANTACRUZ Y PORVENIR, COLONIA LA NOPALERA, DELIMITACION TLALHUAC, MEXICO, D.F.

PLANTA BAJA DE CONJUNTO

IE-1A


ESCALA 1:250

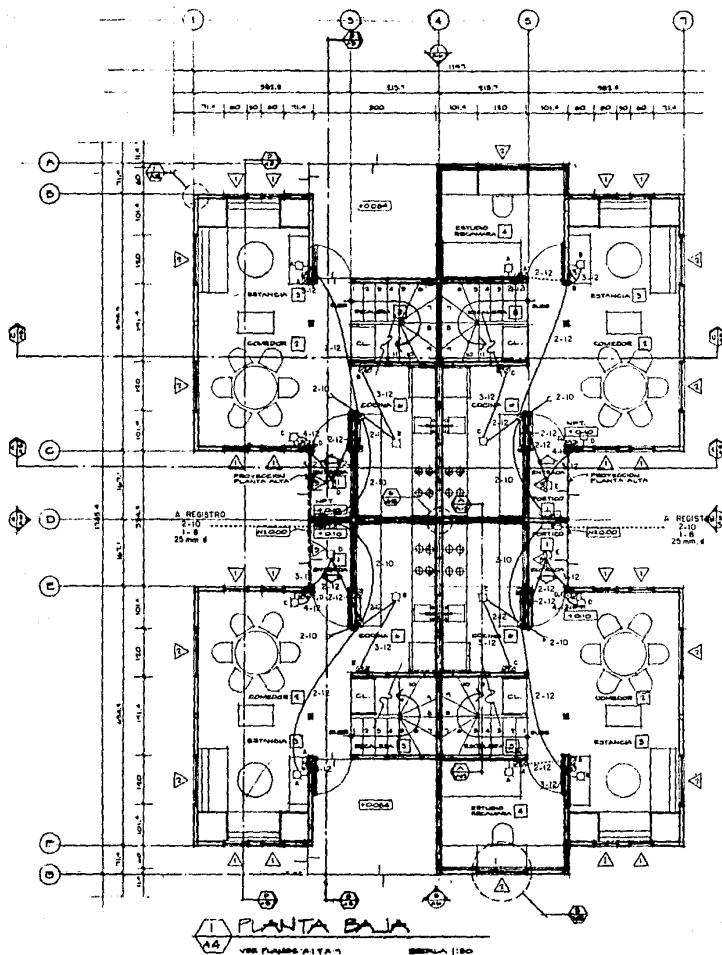


SIMBOLIA

| | |
|---|-----------------------------------|
| ① | SALIDA A APAGADOR |
| ② | SALIDA A CONTACTO |
| ③ | SALIDA A CENTRO |
| ④ | SALIDA A ARBOTANTE |
| ⑤ | CAJA REGISTRO |
| ⑥ | MEDIDOR |
| ⑦ | INTERRUPTOR DE SEGURIDAD 2P + 30A |
| ⑧ | TUBERIA PARA LOSA O MURO |
| ⑨ | TUBERIA POR PISO |
| ⑩ | TUBERIA QUE SUBE |
| ⑪ | TUBERIA QUE BAJA |

NOTA: TUBERIA QUE NO ESPECIFIQUE SU DIAMETRO SERA 15 mm.

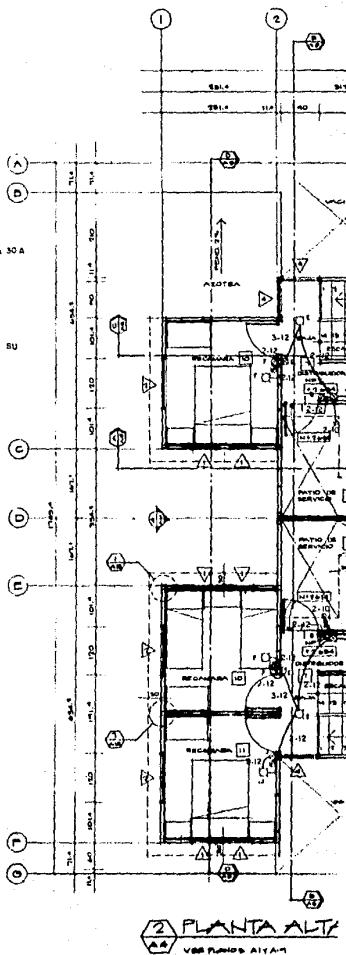


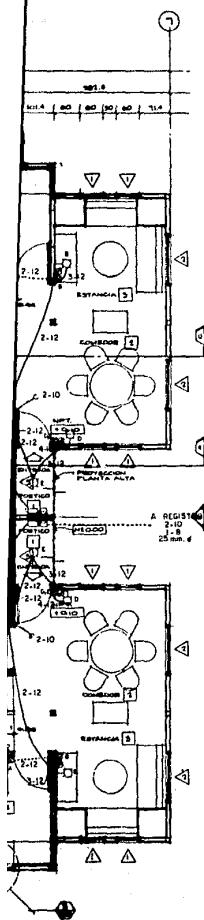

SIMBOLOGIA

- ⑧ SALIDA A AFAGADOR
- ⑨ SALIDA A CONTACTO
- ⑩ SALIDA A CENTRO
- ⑪ SALIDA A ARBOTANTE
- ⑫ CAJA REGISTRO
- ⑬ MEDIDOR
- ⑭ INTERRUPTOR DE SEGURIDAD 2P+3D
- ⑮ TUBERIA POR LOZA O MURO
- ⑯ TUBERIA POR PISO
- ⑰ TUBERIA QUE SUBE
- ⑱ TUBERIA QUE BAJA

NOTA: TUBERIA QUE NO ESPECIFIQUE SU DIAMETRO SERA 15 MM.

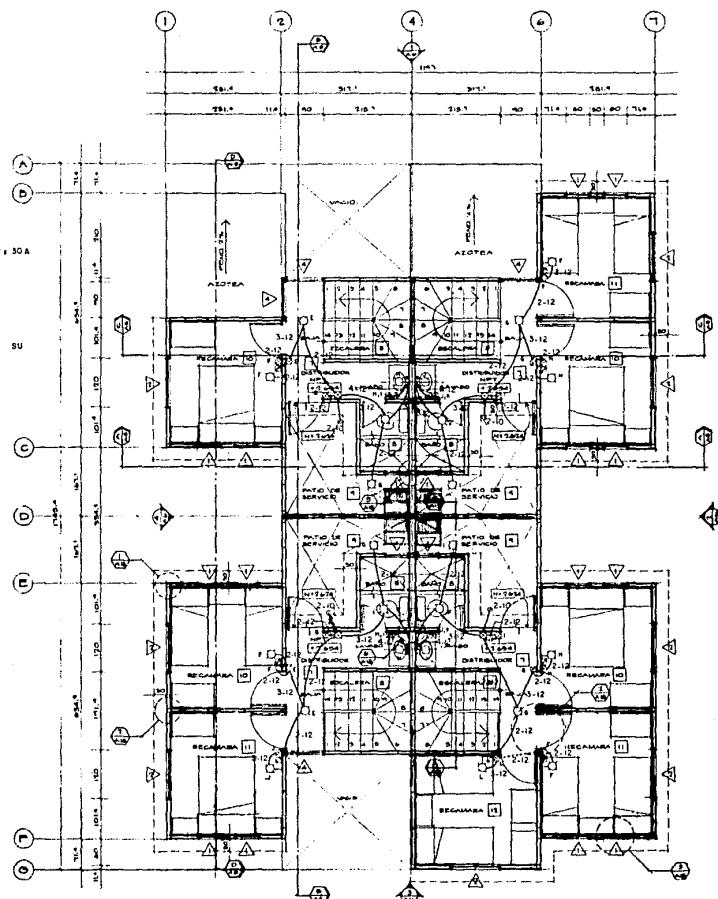


2 PLANTA ALTA

VISIÓN ALTA-T

ESCALA 1:50

ÁREAS CONSTRUIDAS

| | F. BAJA | F. ALTA | TOTAL M ² |
|--------------------------|---------|---------|----------------------|
| VIVIENDA DE 1 RECAMARA: | 26.84 | 21.67 | 48.51 |
| VIVIENDA DE 2 RECAMARAS: | 26.84 | 30.87 | 57.55 |
| VIVIENDA DE 3 RECAMARAS: | 49.92 | 50.07 | 79.97 |
| VIVIENDA DE 4 RECAMARAS: | 49.92 | 34.07 | 84.01 |
| MUEBLE TIPO: | 164.12 | 152.44 | 316.56 |

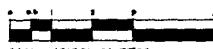

INSTALACION ELECTRICA

NUCLEO TIPOICO
PLANTAS BAJA Y ALTA



ESCALA 1:50


IE:2


O

CONJUNTO HABITACIONAL DE INTERES SOCIAL

CALLE SANTACRUZ Y POEYENIR, COLONIA LA NEFALERA, FEDERACION TLAXCALA, MEXICO, D.F.

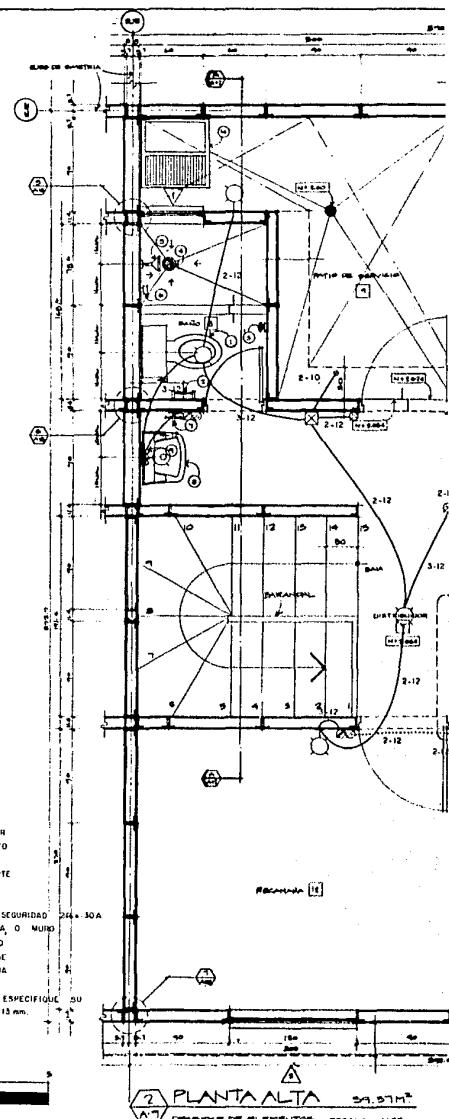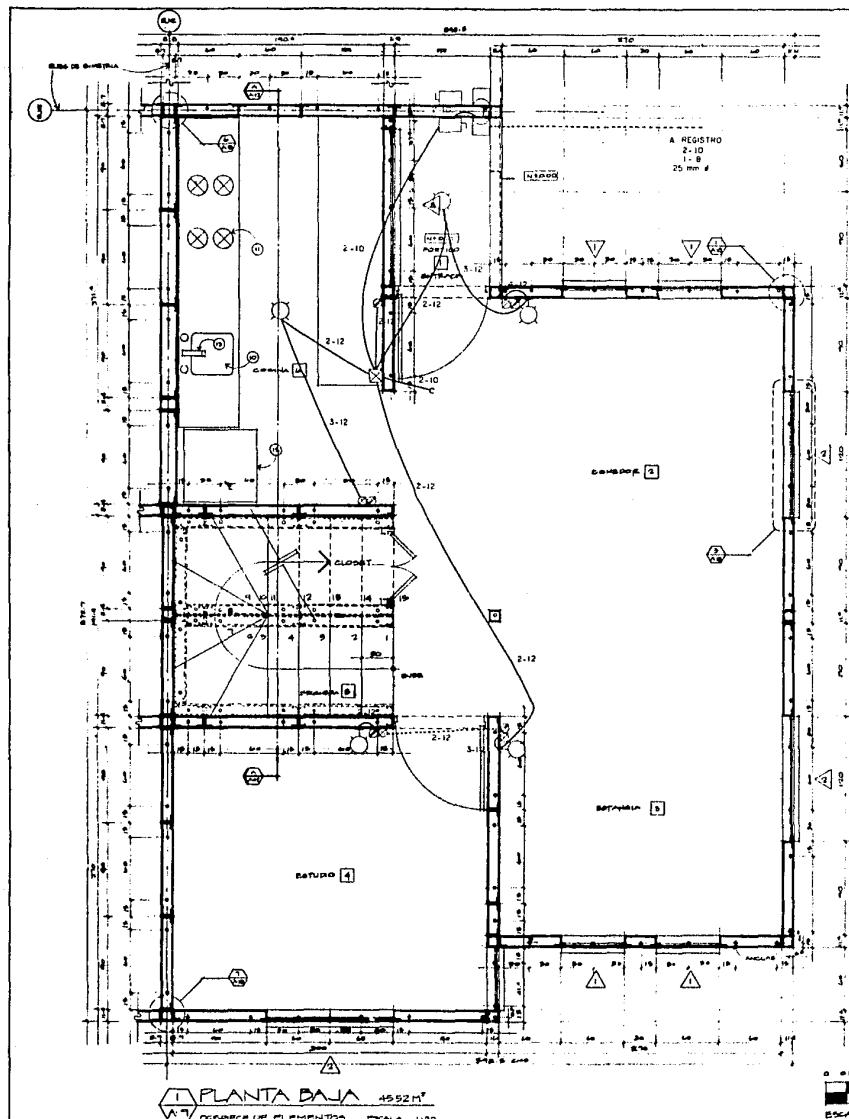


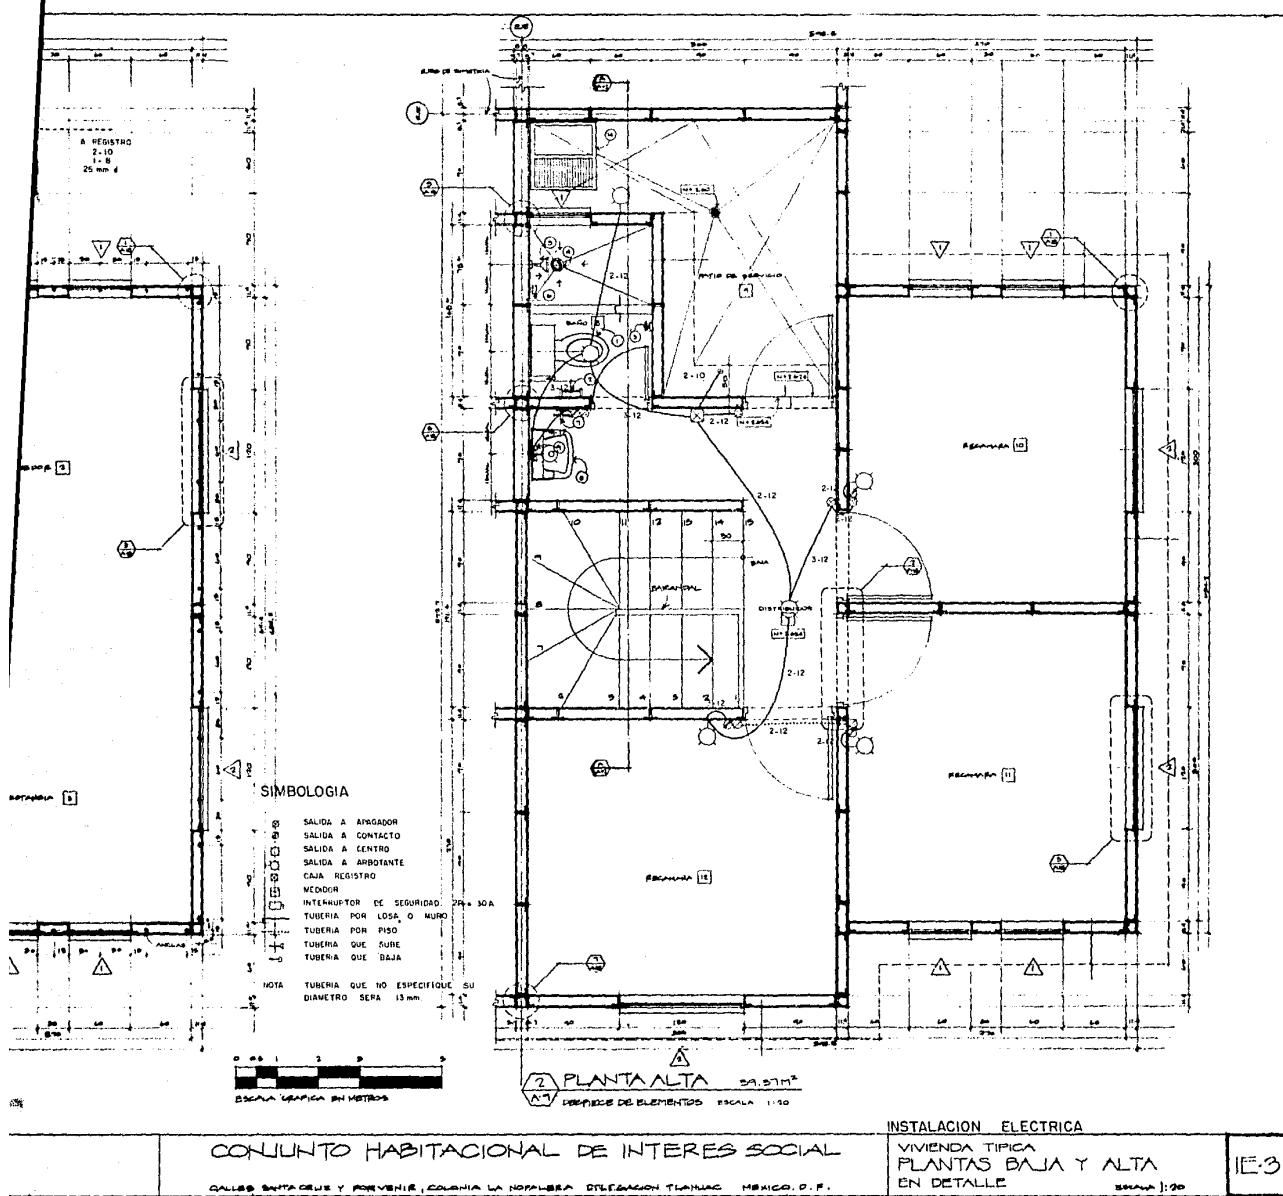


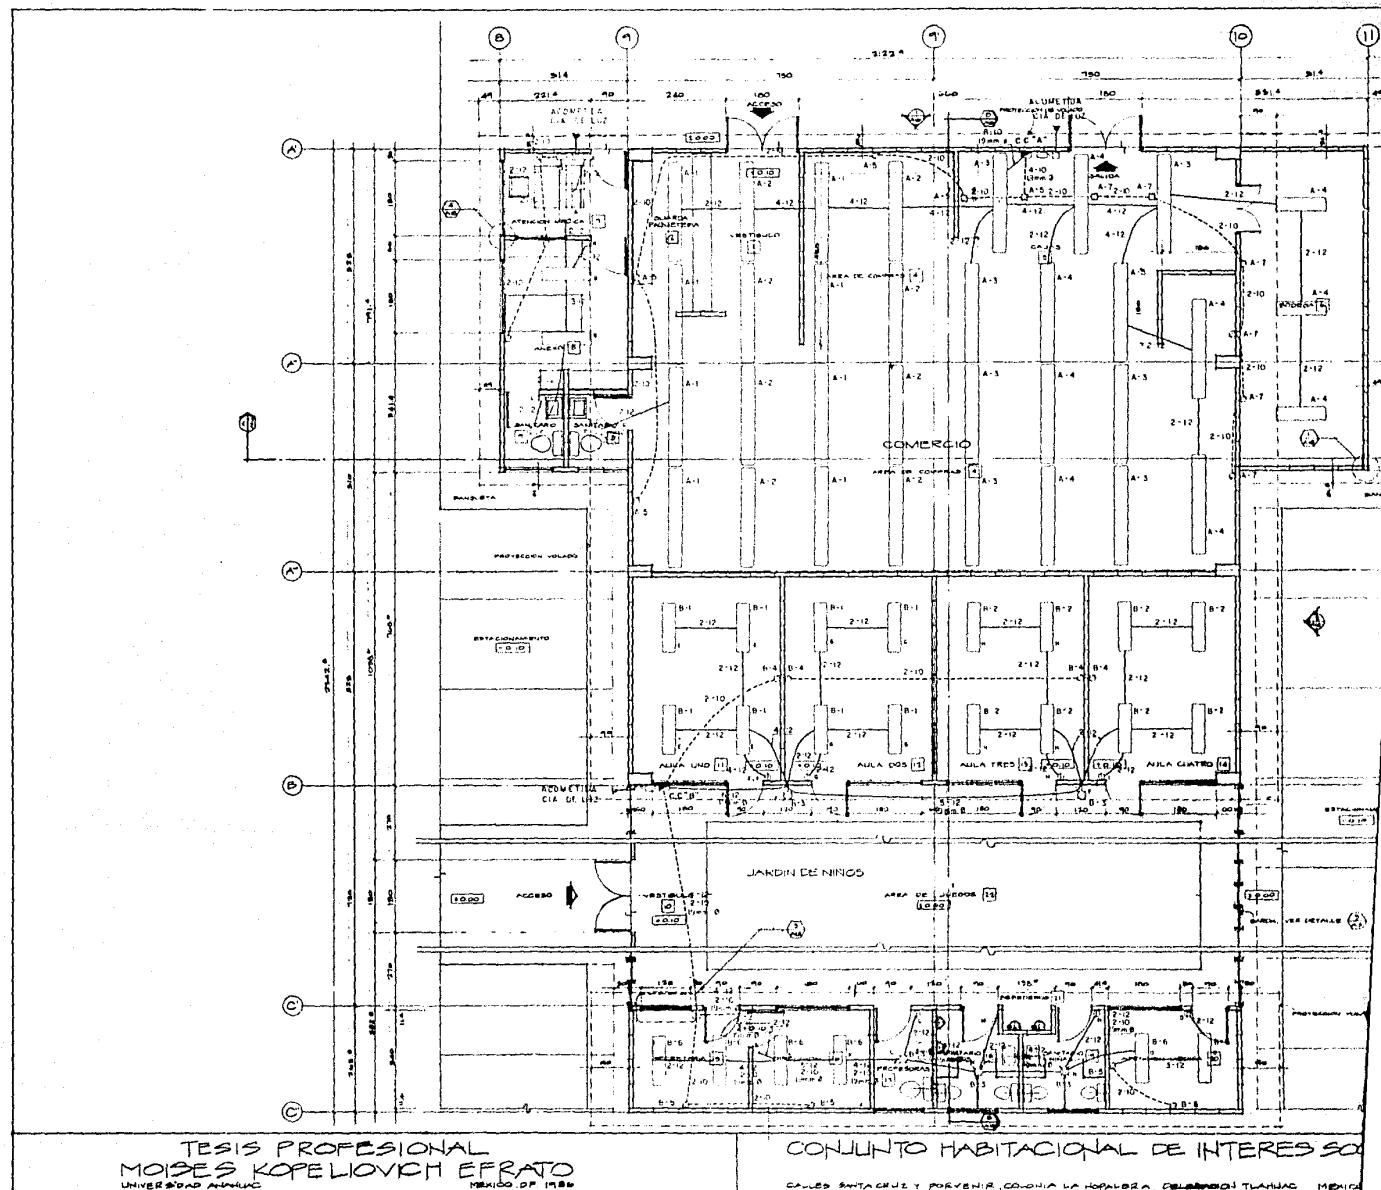



TESIS PROFESIONAL
MOISES KOPELIOVICH EFRATO
UNIVERSIDAD ANAHUC
MEXICO DF 1986



CONJUNTO HABITACIONAL DE INTERES SOCIAL
CALLEZ SANTA CRUZ Y PORVENIR, COLONIA LA HOPALERA, DELGRES TLAHUIAC, MEXICO

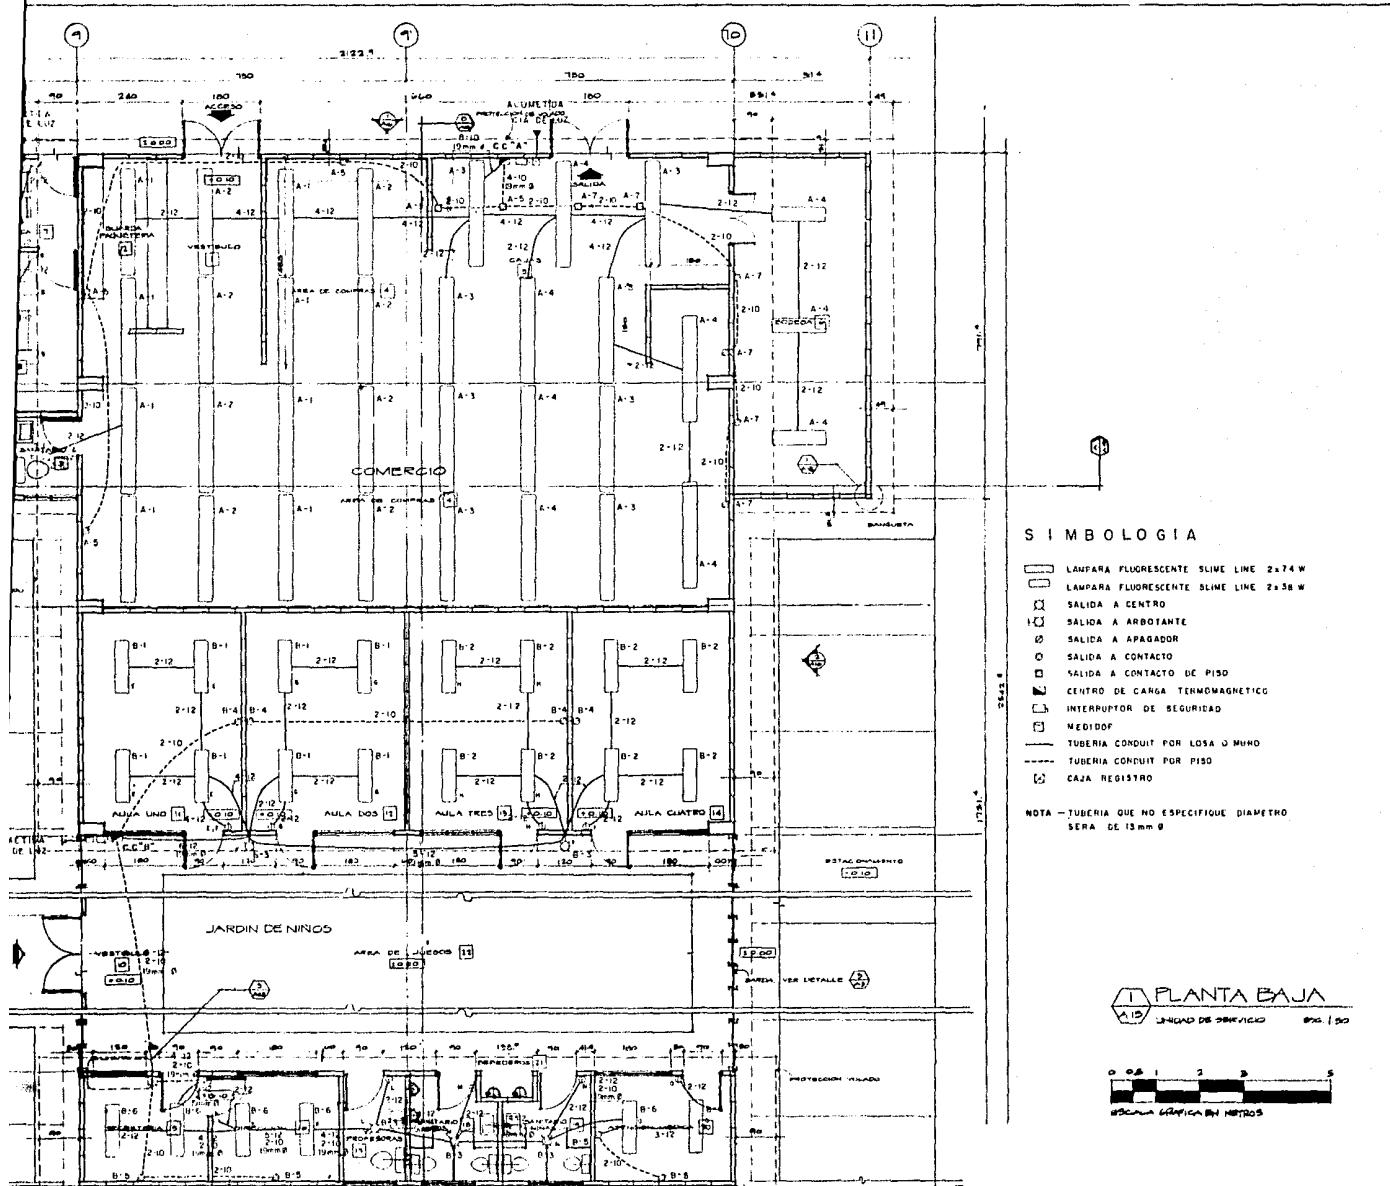

| | | | |
|----------------------------|---|---|-----|
| 1 | 2 | 3 | 4 |
| CALENDARIA DE CONSTRUCCION | | | 1-4 |

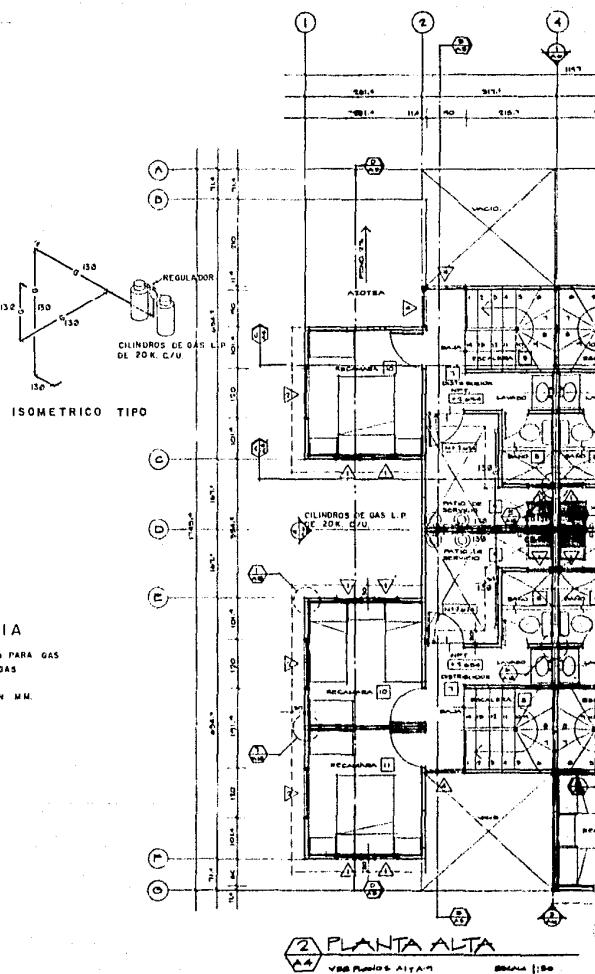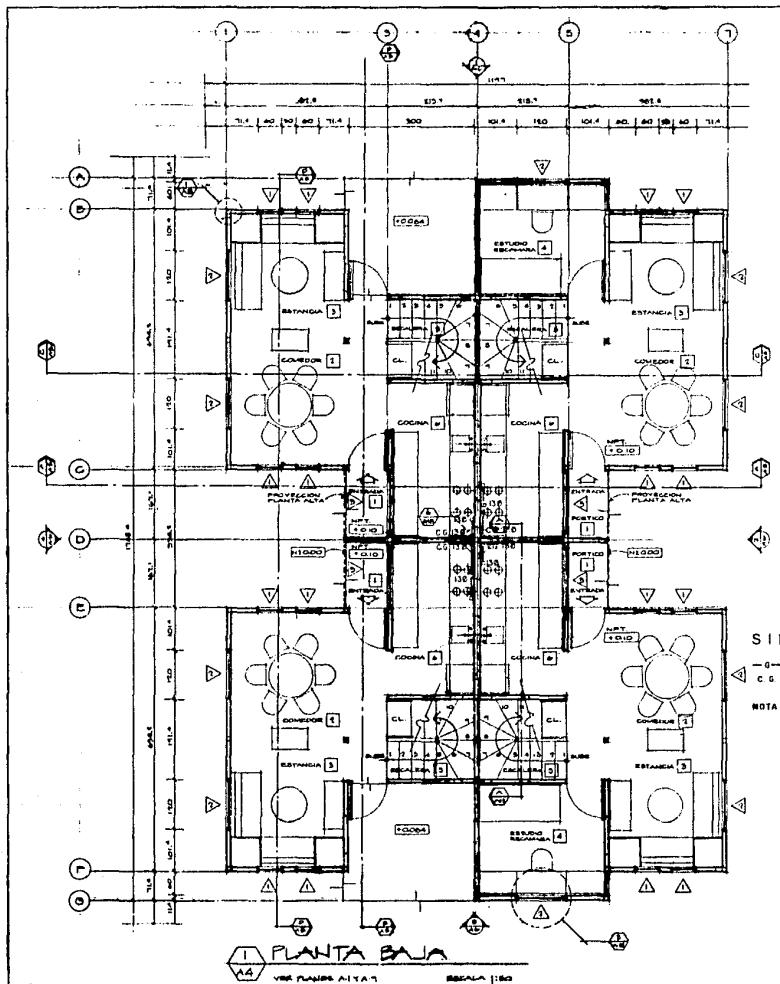


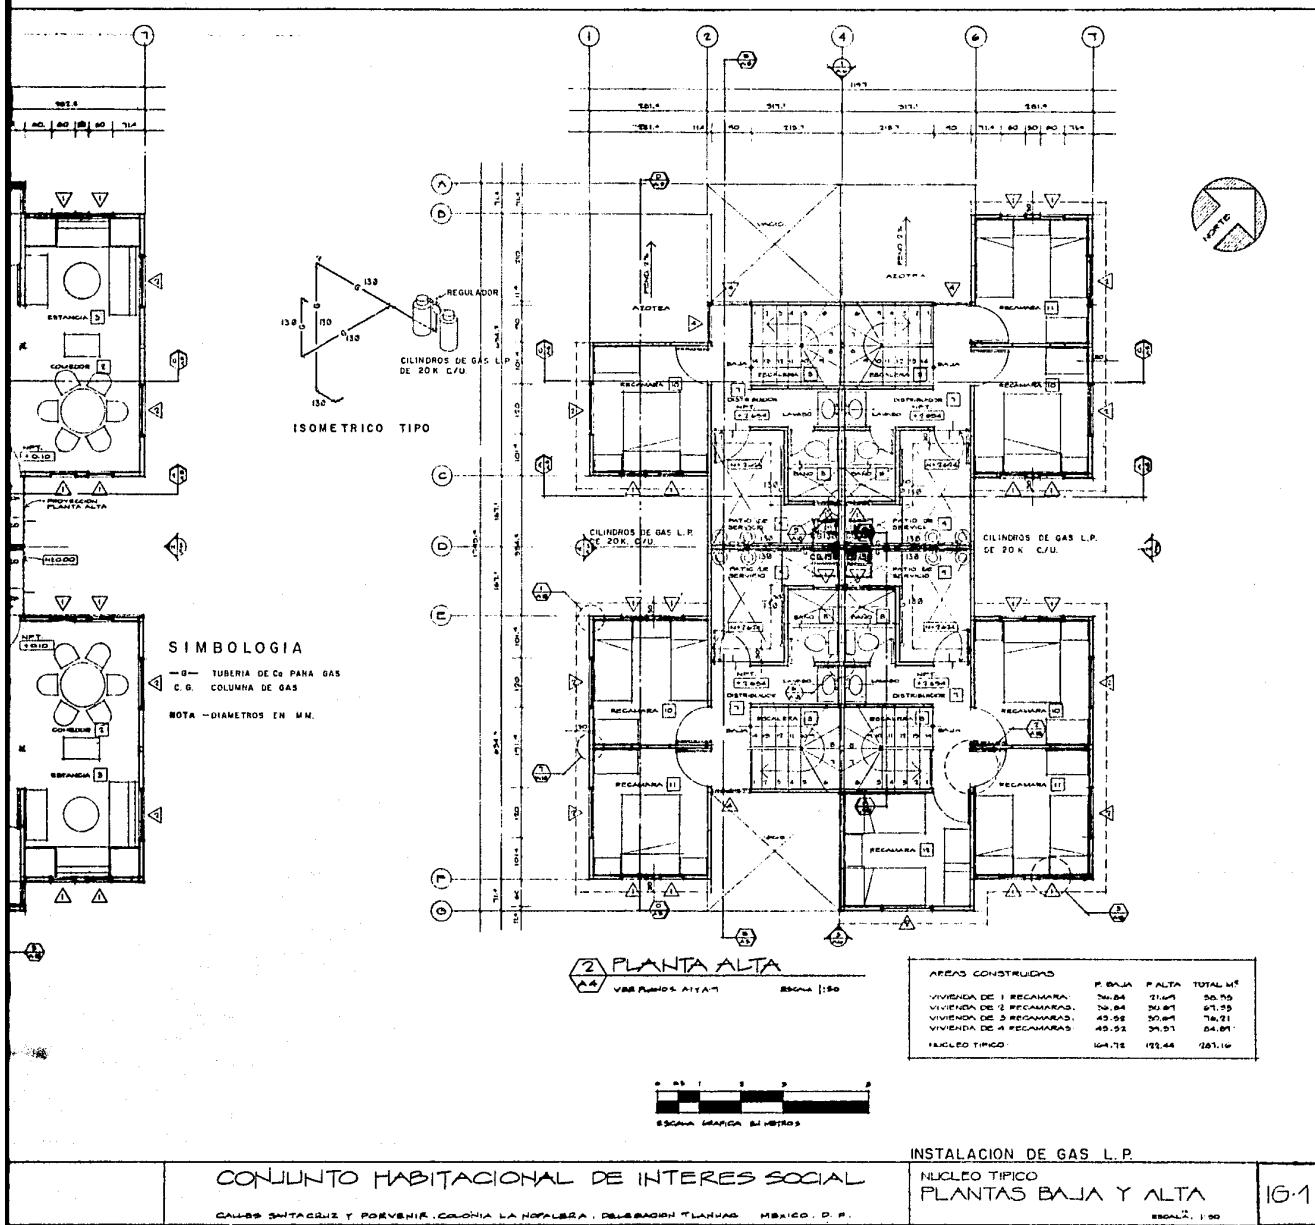

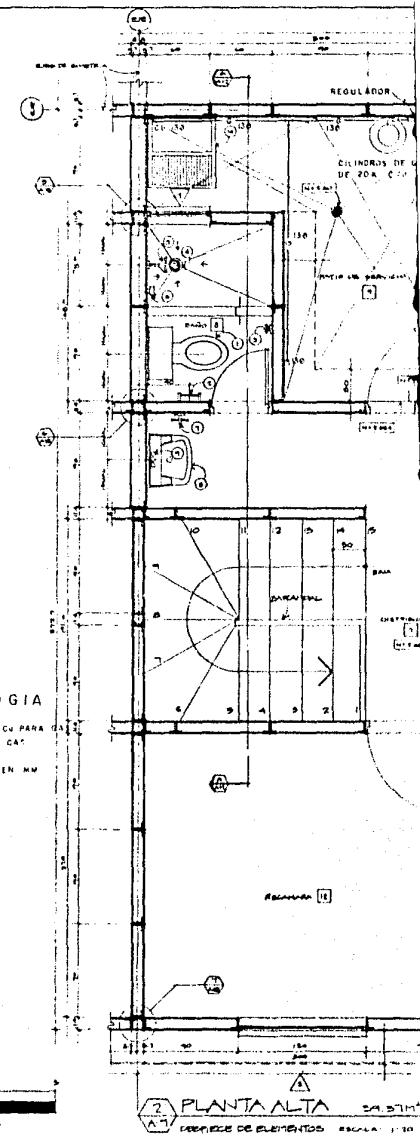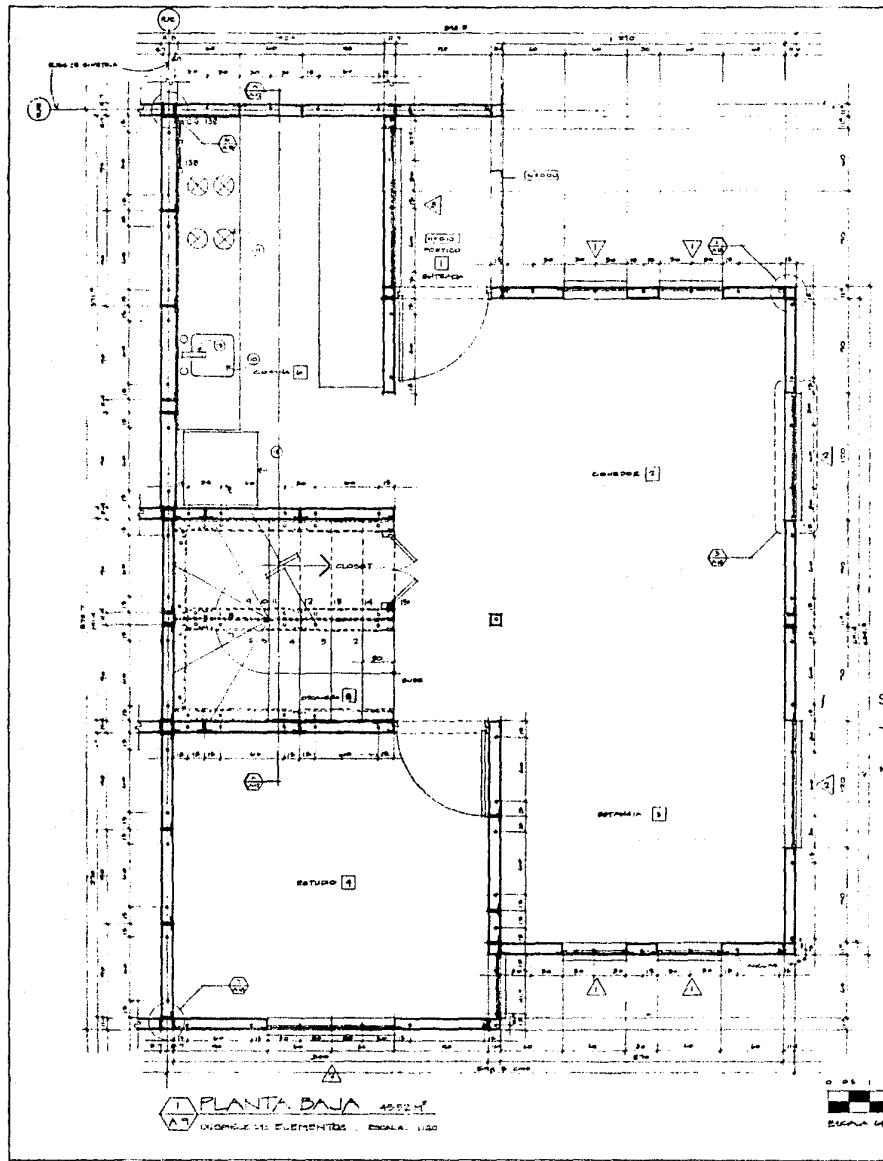

TESIS PROFESIONAL
MOISES KOPELIOVICH EFRATO
UNIVERSIDAD NACIONAL
MEXICO, D.F. 1986

CONJUNTO HABITACIONAL DE INTERES SOCIAL
CALLE SANTA CRUZ Y PONIENTE, COLONIA LA NOVIAZA, DELEGACION TLALPAN, MEXICO

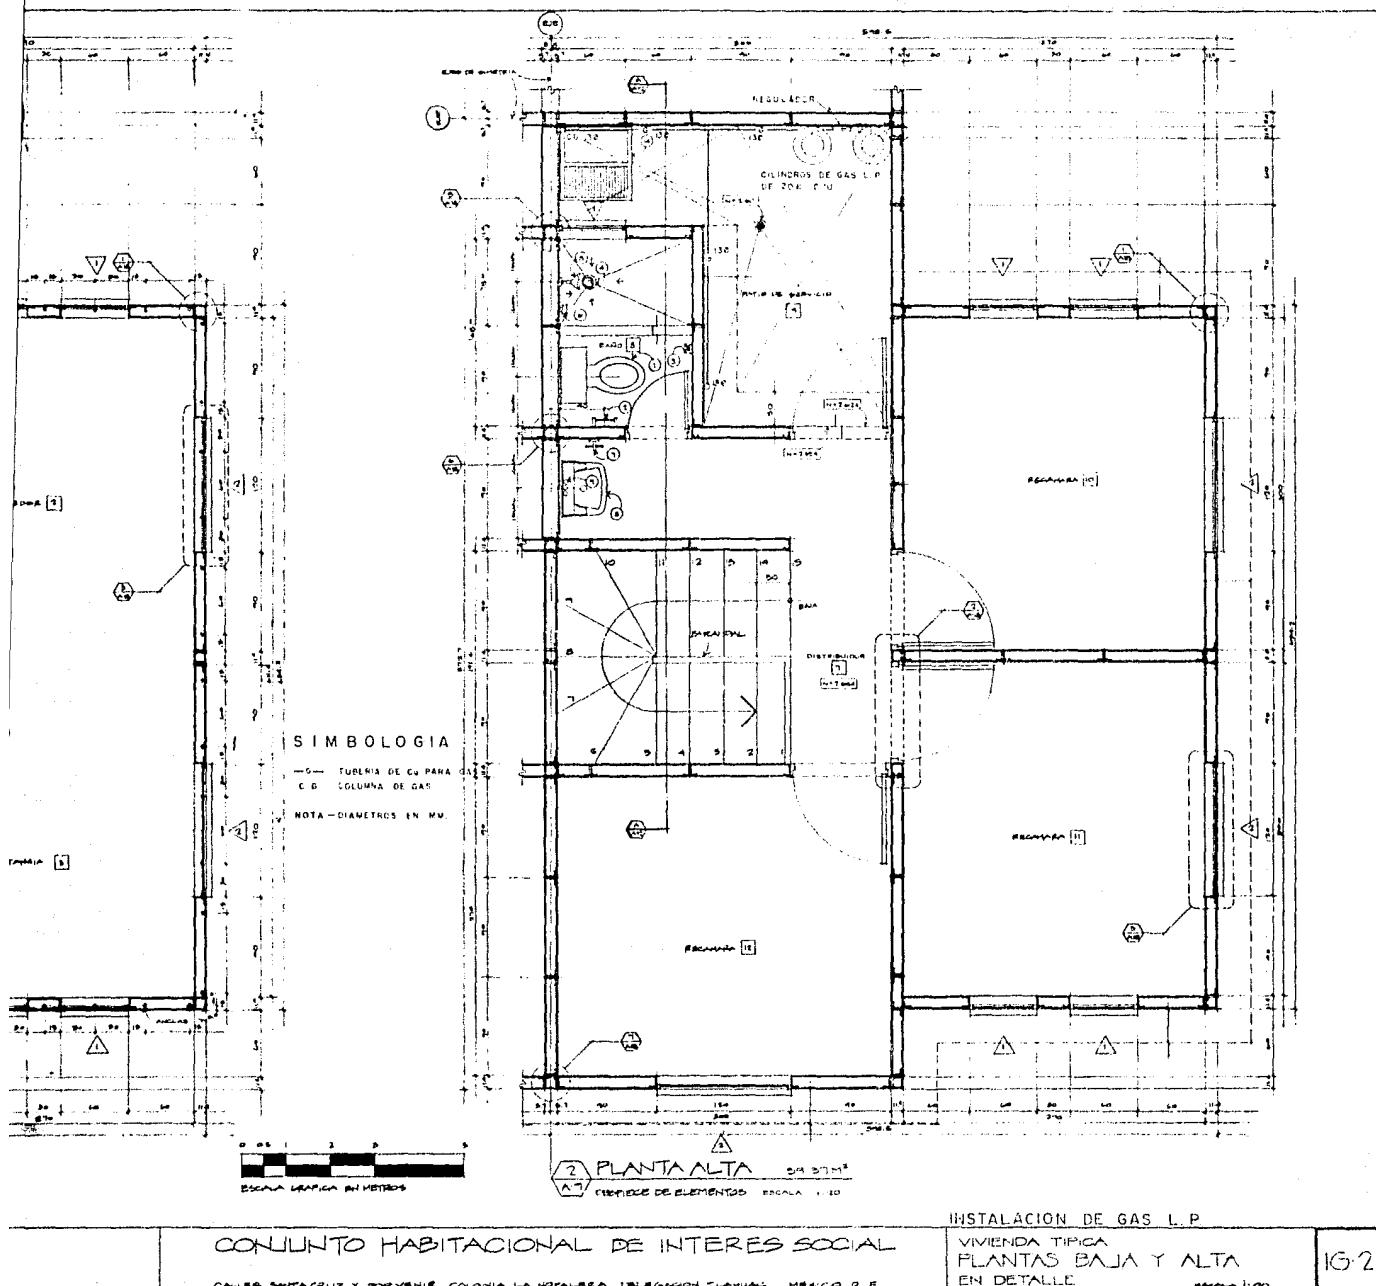

CONJUNTO HABITACIONAL DE INTERES SOCIAL

CALLES SANTA CRUZ Y PORVENIR, COLONIA LA NOPALERA, DELEGACION TLALPAN, MEXICO, D.F.

VIVIENDA TÍPICA
PLANTAS BAJA Y ALTA
EN DETALLE


IG-2





Fig. 1. A high-contrast, black-and-white photograph of a dense urban scene, possibly a residential area in a developing country. The image shows a large, multi-story building with many windows and a smaller structure next to it. The high contrast and grainy texture are typical of early photography or a specific film aesthetic.

ESTA TESIS NO DEBE
SALIR DE LA BIBLIOTECA

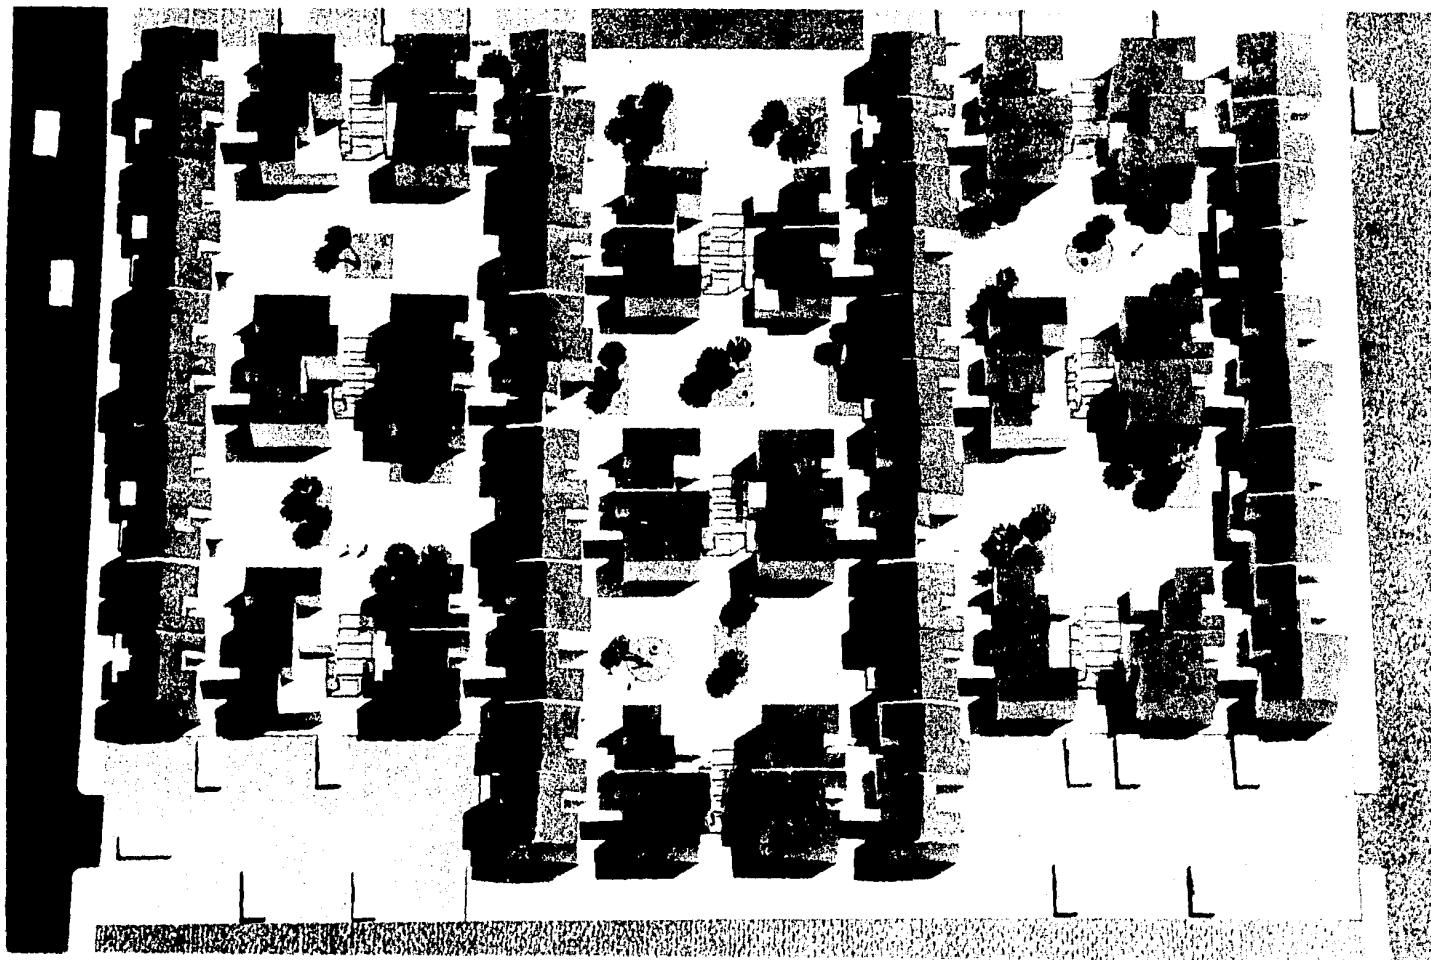



5.- EL ESTUDIO ECONOMICO

Se ha hecho un profundo estudio de factibilidad y costos con la asesoría de una prestigiada compañía constructora, con lo que se respalda uno de los objetivos más importantes del proyecto.

Costos de un desarrollo habitacional de 160 viviendas de interés social.

5.1 EL TERRENO

El valor del terreno en breña base de este estudio es de:

\$ 5,000.00/m2.

Considerando su valor,

$20,000.00 \text{ m}^2. \times \$ 5,000.00/\text{m}^2. = \$ 100'000,000.00$

5.2 PROYECTO EJECUTIVO COMPLETO

El proyecto ejecutivo completo (Urbanización y vivienda), incluye:

Planos arquitectónicos, diseño estructural e instalaciones hidráulica, sanitaria, eléctrica y de gas.

Levantamientos topográficos, proyecto urbano pereo de alcantarillado, red de agua potable, red eléctrica, movimientos de tierra, terracerías, pavimentación, jardines, áreas comunitarias, andadores, estacionamientos y mobiliario urbano.

La partida considerada es de \$ 666.67 por m2. de construcción.

$12,000.00 \text{ m}^2. \times \$ 666.67 = \$ 8'000,000.00$

5.3 LICENCIAS

Costo de las licencias y autorizaciones por parte del Departamento del Distrito Federal, Delegación Tláhuac, Sedue, Comisión de Agua Potable y Alcantarillado, Comisión Federal de Electricidad, Teléfonos de México, Salubridad, Bomberos, Licencias de Construcción. etc.

La partida considerada es de: \$ 80,000.00 por vivienda

$$160 \text{ vivienda} \times \$ 80,000.00 = \$ 12'800,000.00$$

5.4 LA URBANIZACION

Utilizando los servicios de una compañía constructora o varios contratistas en las siguientes partidas: movimiento de tierras, terracerías, red de alcantarillado, red de agua potable, red eléctrica, pavimentación, estacionamientos, andadores, áreas comunitarias, jardinería y mobiliario urbano:

La partida considerada es de: \$ 9,659.00 por m². de terreno

$$20,000.00 \text{ m}^2. \times \$ 9,659.00 = \$ 193'180,000.00$$

5.5 LA EDIFICACION

Considerando 160 viviendas distribuidas en 8 edificios departamentales tipo Duplex y 36 edificios con departamentos cuadruplex, y con un promedio de 72.25 m². por vivienda, incluyendo indivisos.

Superficie construida:

$$67.53 \text{ m}^2. + \text{ volados} = 72.25 \times 160 = 11,560.00 \text{ m}^2.$$

Costo estimado de edificación por m². \$ 60,110.73

$$\begin{array}{rcl} 11,560.00 \text{ m}^2. \times \$ 60,110.73 & = & \$ 694'880,000.00 \\ + 160 \text{ casas} & = & \$ 4'343,000.00 \text{ por} \\ & & \text{unidad} \end{array}$$

5.6 APERTURA DE CREDITO PUENTE

$$\$ 7'591,500.00 \times 5\% = \$ 379,575.00 \text{ por vivienda}$$

$$\$ 379,575.00 \times 160 \text{ viviendas} = \$ 60'732,000.00$$

5.7 FINANCIAMIENTO BANCARIO

Este financiamiento se consideró a 3.5 meses a partir del 16 de Septiembre al 31 de Diciembre de 1986, de acuerdo con el Calendario de Obra.

Considerando un crédito por \$ 7'591,500.00 por vivienda y conforme a la siguiente tabla:

5.8 OBTENCION DEL INTERES

$$\text{Interes} = \text{Capital} \times \text{Tasa} + 360 \text{ días} \times \text{Nº días.}$$

| MES | DIAS | CAPITAL | TASA | INTERESES | TOTAL |
|------|------|--------------|-------|-------------------|----------------------|
| SEP. | 16 | 1'518,300.00 | 87.72 | 59,193.46 | 59,193.46 |
| OCT. | 14 | 1'518,300.00 | 90.22 | 53,270.40 | |
| | 17 | 3'542,700.00 | 90.22 | <u>150,932.80</u> | |
| NOV. | 14 | 3'542,700.00 | 92.72 | 127,741.89 | |
| | 16 | 5'567,100.00 | 92.72 | <u>229,414.01</u> | |
| DIC. | 14 | 5'567,100.00 | 95.72 | 206,149.71 | |
| | 16 | 7'591,500.00 | 95.72 | <u>321,272.28</u> | |
| | | | | 527,421.99 | <u>527,421.99</u> |
| | | | | SUMA: | \$ 1'147,974.55/Viv. |

TOTAL: \$ 1'147,974.55 x 160 viviendas = \$ 183'675,928.00

5.9 IMPREVISTOS

Se está considerando \$ 8,575.00 como gastos imprevistos por vivienda.

\$ 8,575.00 x 160 viviendas = \$ 1'372,000.00

5.10 RESUMEN DE COSTOS Y UTILIDADES

| | Costo por Vivienda |
|---|----------------------------|
| 1.- Terreno | \$ 625,000.00 |
| 2.- Proyecto | 50,000.00 |
| 3.- Licencias | 80,000.00 |
| 4.- Urbanización | 1'207,375.00 |
| 5.- Edificación | 4'343,000.00 |
| 6.- Apertura Crédito y Supervisión Banco | 379,575.00 |
| 7.- Intereses de Financiamiento | 1'147,975.00 |
| 8.- Imprevistos | <u>8,575.00</u> |
| | Suma |
| 9.- Promoción y Venta (6% de 10'122,000.00) | \$ 7'841,500.00 |
| | <u>607,320.00</u> |
| | Suma |
| 10.- Utilidad Estimada | <u>\$ 8'448,820.00</u> |
| | <u>1'673,180.00</u> |
| | Precio de Venta |
| Precio Venta \$ 10'122,000.00 x 160 casas = | \$ 1,619'520,000.00 |
| Local Comercial | <u>40'000,000.00</u> |
| | Suma |
| Menos Costo de Obra \$ 7'841,500.00 x 160 casas = | (-) |
| | <u>\$ 1,659'520,000.00</u> |
| | <u>1,254'640,000.00</u> |
| | <u>\$ 404'880,000.00</u> |
| Promoción y Venta | |
| 6% de \$ 1,659'520,000.00 | (-) |
| | <u>\$ 99'571,200.00</u> |
| TOTAL UTILIDAD ESTIMADA | \$ 305'308,800.00 |

5.11 PROGRAMA DE INVERSIONES Y RECUPERACIONES

| | MESES | -3 | -2 | -1 | 1 | 2 | 3 | TOTAL |
|--|-------|---------|---------|---------|---------|-----------|-----------|-----------|
| 1.- Terreno | | 100'000 | | | | | | 100'000 |
| 2.- Proyecto | | 4'000 | 4'000 | | | | | 8'000 |
| 3.- Licencias | | | 12'800 | | | | | 12'800 |
| 4.- Urbanización | | | | 70'024 | 95'697 | 27'459 | | 193'180 |
| 5.- Edificación | | | | 141'227 | 414'072 | 139'581 | | 694'880 |
| 6.- Apertura Crédito Supervisión Banco | | | 15'183 | 15'183 | 15'183 | 15'183 | | 60'732 |
| 7.- Financiamiento Bancario | | | 9'471 | 32'673 | 57'145 | 84'387 | | 183'676 |
| 8.- Imprevistos | | | | | | 1'372 | | 1'372 |
| Suma | | 104'000 | 16'800 | 24'654 | 259'107 | 582'097 | 267'982 | 1,254'640 |
| Acumulado | | 104'000 | 120'800 | 145'454 | 404'561 | 986'658 | 1,254'640 | |
| Ingresos por Financiamiento | | | | 242'928 | 323'823 | 323'823 | 324'066 | |
| Acumulado | | | | 242'928 | 566'751 | 890'574 | 1,214'640 | |
| Preventa y Venta | | | | | | 202'440 | 202'440 | 40'000 |
| Total de Ingresos | | | | 242'928 | 323'823 | 526'263 | 526'506 | 40'000 |
| Total Acumulado | | | | 342'928 | 566'751 | 1,093'014 | 1,619'520 | 1,659'520 |

5.12 CREDITO PUENTE

Para que el otorgamiento de un Crédito Puente pueda tener efecto, es necesario que el promotor o constructor haya realizado las gestiones previas ante el Banco de México (FOVI) que es el órgano facultado encargado de expedir el "Oficio de Aprobación Técnica de Proyecto", con lo que quiere decir que le dió la revisión y revalorización correspondiente no encontrando ningún inconveniente en que el desarrollo presentado pueda realizarse; normalmente el FOVI aprueba estas solicitudes al valor tope 100% al trimestre que esté vigente, valor con el que por regla general se procede a individualizar y a liberar el crédito puente salvo algún acuerdo que se llegara a pactar entre el acreditante y el acreditado, consistiendo el primero en tomar valores para proceder a la individualización en su periodo establecido.

Como requisito para que cualquier Institución Bancaria pueda apoyar a un promotor, éste deberá ser buen cliente, que derive magníficas reciprocidades y tener inversiones, cuentas de ahorros y cheques; teniendo esto a su favor, deberá de turnar la documentación necesaria que demanda el Banco para poder hacer el estudio de crédito respectivo, tomando en consideración su posición financiera como cliente por el riesgo que va a significar el apoyo financiero y tener la seguridad de que el acreditado cuenta con amplia solvencia económica y moral y, en su caso, que las garantías reales sean suficientes.

También se considerará que el crédito tenga liquidez después de haber realizado un estudio en el que se presume que el acreditado contará con los recursos suficientes para liquidar el financiamiento en las fechas establecidas en el contrato (la venta e individualización de las garantías).

Cubiertos estos requisitos y aprobado el crédito se procede a la firma del Contrato de Crédito Puente Hipotecario el que contiene: Quien otorga y quien recibe el crédito y el monto del mismo (siempre en proyectos de gran magnitud se otorga apoyo para edificación y urbanización además de la edificación, en caso de ser necesario).

El Crédito Puente se otorga dependiendo del tipo y número de viviendas y oscila entre el 70% y el 85% del valor total del conjunto, del cual al momento de la firma se podrá disponer del 20% al 30% para iniciar trabajos y el resto, será otorgado conforme al avance de obra que el acreditado presente a la acreditante

de acuerdo con su programa de obra en un plazo determinado, período en el cual el acreditado pagará únicamente los intereses y tendrá un plazo para liberar su crédito de 3 meses después de terminar de construir y haber dispuesto del 100%; el acreditado entonces, se verá obligado a pagar su crédito al Banco mediante la venta de las viviendas. En ese tiempo, el promotor queda liberado de su crédito y el nuevo acreditado-deudor es el adquiriente de la vivienda.

Debido a los lineamientos que da a conocer el Banco de México, el promotor tiene derecho a pedir incrementos ya sean de crédito o de plazo trimestralmente de acuerdo a sus necesidades, por escrito. Estos incrementos, tienen relación directa proporcional con el aumento en los costos de los materiales y dichos incrementos una vez autorizados permitirán que la construcción del conjunto sea uniforme.

Nota:

Del valor total del conjunto, al promotor se le apoya con el 70% o el 80% y el diferencial del 100% es la aportación que hace el promotor, es decir, él aporta el terreno.

Independientemente de la documentación señalada, además el posible acreditado deberá ser: Jefe de familia (de preferencia), ser sujeto de crédito, no contar con propiedades, ocupar la vivienda por el tiempo en que el saldo esté insoluto (hasta que termine de pagar su vivienda), lo anterior está en función de la investigación socioeconómica que se mande practicar para tal fin, ya que es la que determina si el cuestionado es o no sujeto de crédito, en tal virtud la documentación requisitada se somete a estudio de crédito con el objeto de elaborar y enviar instrucciones notariales para llevar a efecto la firma del crédito. En las instrucciones se menciona cómo el Acreditado pagará su crédito y bajo qué condiciones, se le señala su mensualidad, sujeta a periódicas revisiones conforme el salario mínimo vigente para el Distrito Federal.

COSTOS:

TABLA COMPARATIVA DE PRECIOS DE CONSTRUCCION PARA UNA VIVIENDA UNIFAMILIAR DE 72.25 M² CONSTRUIDOS EN LA CIUDAD DE MEXICO, AL MES DE OCTUBRE DE 1986.

| CONCEPTO | SISTEMA PREFABRICADO | SISTEMA TRADICIONAL | AHORROS | | |
|--|-----------------------------|-----------------------------|---------------|---|------|
| | | | \$ | % | NOTA |
| I PRELIMINARES | \$ 47,559.59 | \$ 78,696.34 | 31,136.75 | | |
| II CIMENTACION | 138,572.61 | 125,625.12 | + 12,947.51 | | |
| III PISOS | 131,173.26 | 131,144.34 | + 28.92 | | |
| IV MUROS PLANTA BAJA | 726,348.92 | 450,551.00 | + 275,791.92 | | |
| V MUROS PLANTA ALTA | 641,591.91 | 621,150.00 | + 17,441.91 | | |
| VI ENTREPISO | 650,463.70 | 369,685.00 | + 280,778.70 | | |
| VII TECHUMBRE | 260,679.29 | 354,411.00 | 93,731.71 | | |
| VIII PLAFOND PLANTA ALTA | 29,743.03 | — | + 29,743.03 | | |
| IX PLACAS DE PANEL ROCA | 16,871.01 | — | + 16,871.01 | | |
| X IMPERMEABILIZACIONES | 125,706.40 | 125,706.40 | — | | |
| XI VENTANERIA | 242,812.35 | 242,812.35 | — | | |
| XII CARPINTERIA | 173,349.51 | 173,349.51 | — | | |
| XIII CERRAJERIA | 59,856.66 | 59,856.66 | — | | |
| XIV INST. HIDRAULICA Y SANITARIA | 151,944.81 | 151,944.81 | — | | |
| XV INST. ELECTRICA | 179,154.10 | 140,737.21 | + 38,416.89 | | |
| XVI IMPERMEABILIZACION OPCIONAL | 96,639.66 | 96,639.66 | — | | |
| XVII ACABADOS | 658,533.02 | 658,533.02 | — | | |
| PRECIO TOTAL | \$ 4'343,000.00 | 3'795,848.20 | \$ 547,151.80 | | |
| PRECIO POR M ² DE EDIFICACION | \$ 60,111.00/M ² | \$ 52,538.00/M ² | | | |
| TIEMPO DE CONSTRUCCION | 6 SEMANAS/VIVENDA | 10 SEMANAS/VIV. | | | |
| CANTIDAD DE OBREROS | 36 OBREROS | 45 OBREROS | | | |

6.- BIBLIOGRAFIA

- 1.- International Construction System
Prof. Dr. Ing., Dr. h.c. Helmut Weber, Hannover
- 2.- Plan parcial de desarrollo urbano Delegación Tlalhuac
Departamento del Distrito Federal. Dirección General de Planificación
- 3.- Programa de Barrio La Nopalera, Delegación Tlalhuac
Dirección General de Planificación
- 4.- Monografía de Tlalhuac
Josefina García Quintana
- 5.- Programa Financiero de Vivienda
FOVI, Banco de México
- 6.- Encuentro para la Vivienda
Gobierno del Estado de México; SEDUE
- 7.- Urban Spaces
David Kenneth Specter
- 8.- Planificación y Configuración Urbana
Dieter Prinz

6.1 FUENTES DE INFORMACION

SEDUE

FOVI

GRUPO GUADIANA (SISTEMA CONSTRUCTIVO)