


UNIVERSIDAD NACIONAL AUTONOMA DE MEXICO

FACULTAD DE ARQUITECTURA

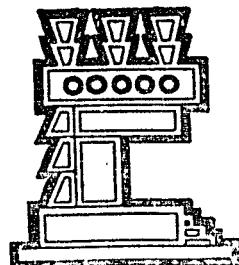

AUTOGOBIERNO

PLAN DE ACCION URBANO ARQUITECTONICO EN SAN NICOLAS TOTOLAPAN

DELEGACION LA MAGDALENA CONTRERAS

QUE PARA OBTENER EL TITULO DE

ARQUITECTO
PRESENTAN

RICARDO JESUS AVILA SANCHEZ
NABOR LOPEZ VALDES
ARTURO PASCUAL CRUZ



UNAM – Dirección General de Bibliotecas

Tesis Digitales
Restricciones de uso

DERECHOS RESERVADOS ©
PROHIBIDA SU REPRODUCCIÓN TOTAL O PARCIAL

Todo el material contenido en esta tesis está protegido por la Ley Federal del Derecho de Autor (LFDA) de los Estados Unidos Mexicanos (México).

El uso de imágenes, fragmentos de videos, y demás material que sea objeto de protección de los derechos de autor, será exclusivamente para fines educativos e informativos y deberá citar la fuente donde la obtuvo mencionando el autor o autores. Cualquier uso distinto como el lucro, reproducción, edición o modificación, será perseguido y sancionado por el respectivo titular de los Derechos de Autor.

A LA UNIVERSIDAD NACIONAL AUTONOMA DE MEXICO

Que me brindó la oportunidad de portar un estandarte;
buscando un ideal noble.



INDICE.

PAG.

INTRODUCCIÓN	4
AMBITO REGIONAL	7
- Pirámide de edades	12
- Grupos de edades	13
DELIMITACION DE LA ZONA DE ESTUDIO	14
- Proyecciones de población	16
ANALISIS MEDIO FISICO	17
- Topografía	18
- Análisis de pendientes	20
- Edafología	23
- Hidrología	26
- Geología	28
- Usos del suelo	30
- Gráfica de temperatura	32
- Clima	33
- Vegetación	34
CONCLUSIONES DEL ANALISIS DEL MEDIO FISICO	35
- Propuesta general de usos del medio físico	38
- Uso potencial	39
SINTESIS DE PROBLEMAS	39

técnicos profesionales

U facultad de arquitectura

N
A
M

autogobierno t-3



PRÓPUESTA GENERAL	41
ESTRUCTURA URBANA	43
- Crecimiento histórico	43
- Uso del suelo	46
- Densidad de población	49
- Tenencia de la Tierra	51
- Valores del suelo	53
- Densidad de construcción	55
- Calidad de vivienda	57
INFRAESTRUCTURA Y SERVICIOS	59
- Agua potable	60
- Red de alcantarillado	61
- Alumbrado público y energía eléctrica	62
- Pavimentos	63
- Vialidad	64
- Vialidades principales	65
- Transporte	66
- Equipamiento urbano (inventario)	67
- Recreación	72
- Comercio	73
- Salud	74
- Educación y cultura	75
PRÓPUESTA DE ESTRUCTURA URBANA	77

SAN NICOLAS



TOTOLAPAN

DELENE LA MAGDALENA CONTRERAS

plan de orden
urbano-arquitectónico

título profesional

U facultad de arqui
N

N A M

SUSTENTACIÓN

ESTUDIANTES



	PAG.
- Propuestas de equipamiento	77
- Selección de tema	79
- Análisis del tema	82
- El proyecto	84
- Descripción del proyecto	87
- Cálculo estructural (gimnasio)	111
- Bibliografía	122



INTRODUCCION.

Durante las dos últimas décadas se ha observado en el área metropolitana de la Ciudad de México, un crecimiento demográfico acelerado; estimándose en el año de 1984 una población entre catorce a dieciseis millones de habitantes, siendo una de las más pobladas en el mundo.

Cabe mencionar que la demografía es uno de los sentimientos a los que no escapa ningún país subdesarrollado o en vías de desarrollo. La gente del campo atraída muchas veces por la vida más moderna en las grandes ciudades, emigran de sus lugares de origen en busca de mejores condiciones de vida, difíciles en la mayoría de los casos; al llegar a la metrópoli, esa gente sólo lleva consigo su fuerza de trabajo, analfabeto en un 80% se ve obligada a aceptar trabajos que no requieren ningún nivel de preparación; ganando por consiguiente salarios miserables, con los cuales no pueden cubrir sus más elementales necesidades. De allí se explica la formación en toda la periferia de la Ciudad de México de asentamientos irregulares, abarcando estos últimos: pedregales, tierras de uso agrícola, bosques, --

titulación profesional

Universidad de arquitectura

N
A
M
I
G
E

autogobierno t-3

SAN NICOLAS



TOTOLAPAN

BELÉN LA MAGDALENA CONTRERAS
plan de acción
urbano-arquitectónico

5.

etc., generalmente sin los servicios urbanos indispensables para el desarrollo de cualquier ser humano. Algunas de estas áreas están consideradas como reservas territoriales para un futuro crecimiento físico de la Ciudad de México, como parques nacionales, zonas de conservación ecológica o zonas de cultivo.

Partes de esas zonas son planas y otras montañosas, - como las del sur que coinciden con el límite urbano del Valle de México; provocando esto áreas sumamente accidentadas. Debi do a lo expuesto anteriormente el gobierno se ha negado a proporcionar a esas zonas los servicios necesarios, argumentandolo oneroso de los mismos, sobre todo en los terrenos accidentados; si se decide a hacerlo es para satisfacer intereses ajenos a los de la propia comunidad.

El estudio urbano que se realizó en San Nicolás Totolapan, poblado perteneciente a la delegación La Magdalena Contreras; fue con el fin de detectar las carencias de servicios así como de equipamiento urbano, partiendo de la solicitud de Diciembre de 1983 que se envió a la comisión de temas del Autogobierno a través de nuestro equipo de tesis, por el presidente de la asociación de residentes. Requiriendo la creación de

tesis profesional

U facultad de arqui

N

A

M

auto-gobierno t-3



un centro deportivo socio-cultural y un mercado que se encargue de reunir el consumo e intercambio comercial que actualmente se da en un mercado sobre ruedas los días domingo y martes, en misceláneas dispersas en el poblado denotando la carencia - de productos básicos.

SAN NICOLAS



TOTOLAPAN

MIGUEL MAGDALENA CONTRERAS

plan de acción
urbano-arquitectónico

tesis profesional

U facultad de arqui

N
A
M

autogobierno t-3





El pueblo de San Nicolás Totolapan se funda en el siglo XVI, un 14 de julio de 1535, los pobladores de este lugar descenden de tribus nahuatlacas, su origen junto con el pueblo de San Bernabé, fue con el fin de cristianizar a los indígenas.

Las tendencias del crecimiento del área metropolitana han afectado a la delegación Magdalena Contreras, y en particular al poblado a partir de la última década, en el sentido de haber sufrido múltiples transformaciones urbanas, como la privatización de los ejidos por la intervención directa del capital, mediante mecanismos de permute de tierras ejidales, los nuevos usos del suelo y sus efectos sobre el mercado del suelo urbano; la transformación urbana de parte de las tierras ejidales por la intervención directa del estado a través del mecanismo de las expropiaciones por causas de utilidad pública, la privatización de las zonas urbanas ejidales en colonias populares.

A partir de 1970 han llegado a establecerse, por un lado, un número cada vez mayor de familias de clase media y de altos recursos económicos, observándose en el proceso de producción del suelo urbano, la transformación de este para usos-



habitacionales cobra relevancia, porque constituye la principal demanda. El mercado del suelo habitacional se subdivide - según los estratos de ingresos de aquellos a quienes se dirige la oferta.

Este pueblo está constituido por un núcleo puramente ejidal, en la actualidad su población se distribuye en 43 manzanas, su traza urbana se deriva de la edificación de la iglesia y de la plaza cívica, sus calles no siguieron la forma reticular debido a la configuración del terreno, siendo esto una característica que los pobladores no quieren que se pierda. Está conformado por una vegetación exuberante, suelo barroso -- con arcilla, tzontle y tepetates, en donde viven entre 1150 y 1200 familias (el censo de 1980 detectó 10,665 habitantes) de los cuales 550 son ejidatarios o trabajan la tierra y en la explotación forestal, aunque no tienen un derecho reconocido ante la Secretaría de la Reforma Agraria, las familias restantes no tienen nada que ver con el ejido y tampoco les interesa, debido a que son de reciente migración, o bien que el jefe de la familia a pesar de ser hijo de ejidatario o comunero, se ha apartado totalmente de las labores agrícolas y se ha integrado por completo a la dinámica urbana, ya que la mayoría viven de su trabajo en la ciudad, ya sea como empleado, obrero, comer-






9.

ciente, peón (un 18%), profesionista u otra ocupación, únicamente el 16% se dedica a trabajar el ejido.

De tal forma que al analizar el campo de ocupación de sus habitantes, nos encontramos que cuenta con una población - económicamente activa del 38% del total de la población en -- 1984.


De las personas que trabajan el ejido aproximadamente un 25% de ellos complementan sus ingresos de la parcela con el trabajo de la tala de árboles en los bosques del mismo, bien - sea por su cuenta o para las fábricas Loreto y Peña Pobre. Por lo anteriormente expuesto se deduce que hay una franca división de campos entre lo ejidal y el pueblo de San Nicolás Totolapan en sí como zona urbanizada, aunque ambos pertenezcan a - un mismo espacio territorial, coexistiendo tres grupos sociales:

1.- Los descendientes de los habitantes originarios y los avecindados con una antigüedad mayor a los 30 años, que de una manera se han identificado como pertenecientes a un mismo pueblo, a unas costumbres e intereses en general.

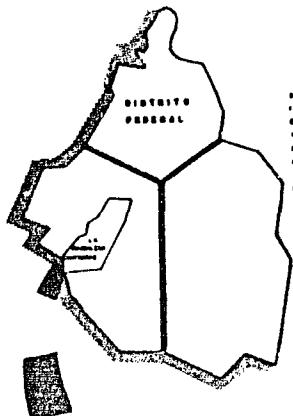


DELEGACIONES FEDERALES

A PARTIR DE LOS AÑOS 60 SE DIO LIGERAS TRANSFORMACIONES EN LAS DELIMITACIONES EXISTENTES A LOS ESTADOS DE MEXICO Y LA CDMX. DURANTE ESTE PERIODO SE DIFUNDIERON CONSIDERACIONES ECONOMICAS, SOCIALES, POLITICAS Y CULTURALES QUE DETERMINARON EL CAMBIO DE DELIMITACIONES EN VARIOS DE TERRITORIOS PARA FORMAR NUEVOS TERRITORIOS QUE PERTENECEN A TERRITORIOS INDEPENDIENTES. UNA DE LAS DELIMITACIONES MAS IMPORTANTE FUE LA DELIMITACION DE LA DELEGACION MAGDALENA CONTRERAS, QUITANDO ALGUNAS ZONAS DE LA DELEGACION DE TOTOLAPAN.

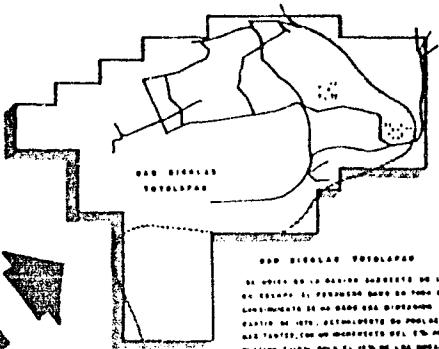

DELEGACIONES TOTOLAPAN

SE DIO EN LA DÉCADA PASADISTA DE LA DELIMITACIÓN DE LA DELEGACION AL PREDIO DONDE SE HIZO LA DESINDUSTRIALIZACIÓN DE LA DÉCADA PASADA. ACTUALMENTE SU POBLACIÓN ES DE ALREDEDOR DE 100 MIL HABITANTES, CON UN INGRESO ANUAL DE LA PREGUNTA CADA 1000 HABITANTES. DENTRO DE LA DELEGACION SE ENCUENTRA LA ZONA DE LOS BOSQUES DE TOTOLAPAN, UNA ZONA DE LA JERARQUÍA DE LOS BOSQUES, DE LA IMPORTANCIA DE LAS DIVISORIAS DE AGUA.

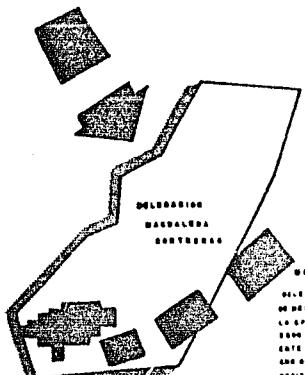

MAGDALENA CONTRERAS

DELIMITACION POLITICA DEL ST. ANTES AL RIO DEL VALLE DE TOTOLAPAN, ESTA CONSTITUYE UNA PARTE HISTORICA DE LA CIUDAD COLONIAL DE LA ACTUALIDAD. SU POBLACION SE DECRETO EN 2010, CON UNA ESTIMACION DE 1.200.000 HABITANTES. ESTE TIERRA DE ESTADOS, PARA SUS CARACTERISTICAS DE SUELO VOLCANICO Y LA FERIA DE LOS CARACTERISTICOS HERMOSOS Y DE AGUA DEL ESTADO, PARA SER PASE A LAS ZONAS RURALES, PERO LA REFLEXION DEL VALLE CAPITAL DIBUJO LAS TERRAZAS.

ESTADO PROTECCIONES

ELEMENTOS

ESTADO AMBITO REGIONAL

ZONA FRONTERA

CLAVE

MEXICO TOLUCA AR-1
S/E OCT-1993

U. FEDERACION DE ESTADOS

N

A

M. AUTOGESTIONES C.D.E.



SAN NICOLAS



TOTOLAPAN

MARIA MAGDALENA CONTRERAS
plan de orden
urbano-arquitectonico

11.

2.- El conjunto de colonos de holgada posición económica, que no mantienen una relación estrecha con los demás habitantes, ni se sienten identificados con el poblado, y menos aún les preocupan sus problemas, salvo los que les atañen directamente.

3.- Los colonos de escasos recursos económicos, que - se han establecido en los últimos diez años en las orillas del pueblo y mantienen relaciones con los núcleos de los habitantes originarios, y les interesan los problemas relacionados -- con su vivienda en lo que se refiere a tenencia y servicios.

tesis profesional

U facultad de arqui

N
A
M



autogobierno t-3

SAN NICOLAS



TOTOLAPAN


DE LA MAGDALENA COATZACOALCO

plan de acción


urbano-arquitectónico

simbología

HOMBRES

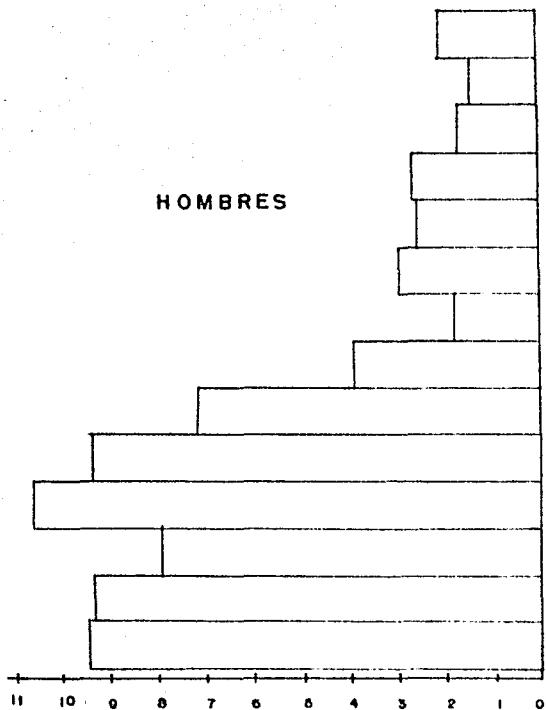

MUJERES

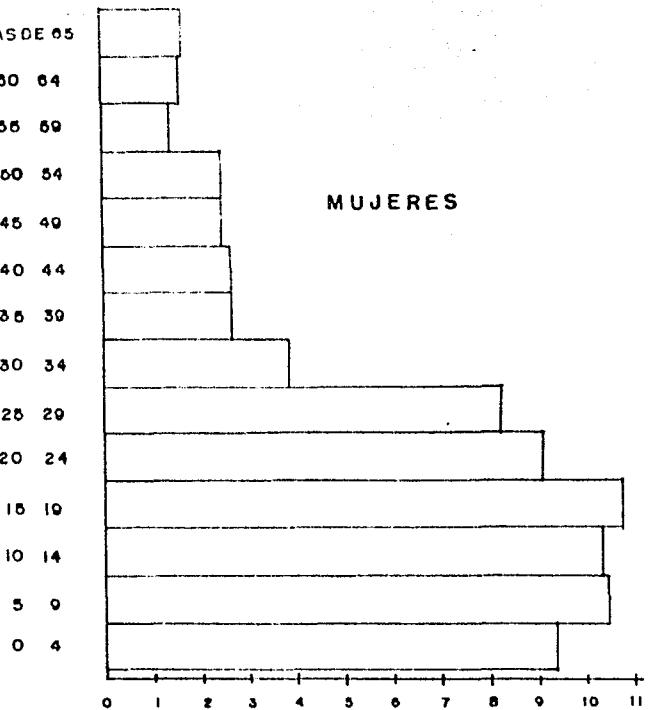

tesis profesional

plano:
PIRAMIDE DE EDADES

escala: 1:1000000000

fecha:

OCTUBRE 1984

U facultad de arqul.

N A M



autogobierno t-3

SAN NICOLAS



TOTOLAPAN

M.U. LA MAGDALENA COYOPAS

plan de acción

urbano-arquitectónico

simbología

GRUPOS DE EDADES	HOMBRES		MUJERES		TOTAL	
	HABITANTE	%	HABITANTE	%	HABITANTE	%
MAS DE 65	166	1.10	208	1.38	374	2.48
60-64	151	1.00	143	.95	294	1.96
55-59	140	.93	171	1.14	311	2.07
50-54	248	1.63	261	1.74	509	3.37
45-49	248	1.63	257	1.71	502	3.34
40-44	264	1.76	204	1.39	468	3.19
35-39	264	1.76	177	1.18	441	2.94
30-34	387	2.58	387	2.59	774	5.10
25-29	825	5.50	719	4.70	1544	10.20
20-24	910	6.00	940	6.26	1850	12.32
15-19	1077	7.18	1004	6.70	2141	14.27
10-14	1040	6.96	797	5.31	1837	12.27
5-9	1040	6.97	940	6.26	1980	13.23
0-4	935	6.23	947	6.31	1882	12.64
TOTAL	7696	51.30	7306	49.70	15000	100.00

tesis profesional

plano:

IDEA: 1 AÑOS Clave:

EXCELENTE

Foto:

OCTUBRE 1984

U facultad de arqui

N
A
M



autogobierno t-3

DELIMITACION DE LA ZONA DE ESTUDIO

Para ello se han seguido criterios basados en los aspectos legales, geológicos y ecológicos: al norte el río de la Magdalena forma una barranca que viene a ser también una barra fértil, al este la formación de asentamientos irregulares, al sur límite delegacional y al oeste la zona de amortiguamiento y conservación de recursos forestales, su extensión territorial es de 210 has. aproximadamente.

Localización geográfica.- Situado en el paralelo 19 - grados 26 minutos latitud norte, los vientos dominantes en la zona son en dirección noroeste.

Ubicación.- Se localiza al suroeste de la delegación La Magdalena Contreras, limita al norte con el río de la Magdalena, al este con la vía del ferrocarril México-Cuernavaca, el barrio de La Concepción, Colonia La Cruz, al sur con la delegación Tlalpan y al oeste con la zona de conservación de los dínamos.



table profesional

U facultad de arqui
N A M
autogobierno t-3



SAN NICOLAS



TOTOLAPAN

MIGUEL MARGALENA CONTRERAS

Plan de acción

Urbano-arquitectónico

simbología

ZONA DE ESTUDIO 157 HAS.

límite ZONA DE ESTUDIO

RIO LA MAGDALENA

COL. BARRANCA SECA

COL. LA CRUZ

DELEGACION DE TLALPAN

ZONA DE CONSERVACION

tesis profesional

plano:

DELIMITACION

escala 1: 1000000


fecha: 10-10-84


firmado:

OCTUBRE 1984

UNIVERSIDAD NACIONAL AUTONOMA DE MEXICO

autogobierno t-3

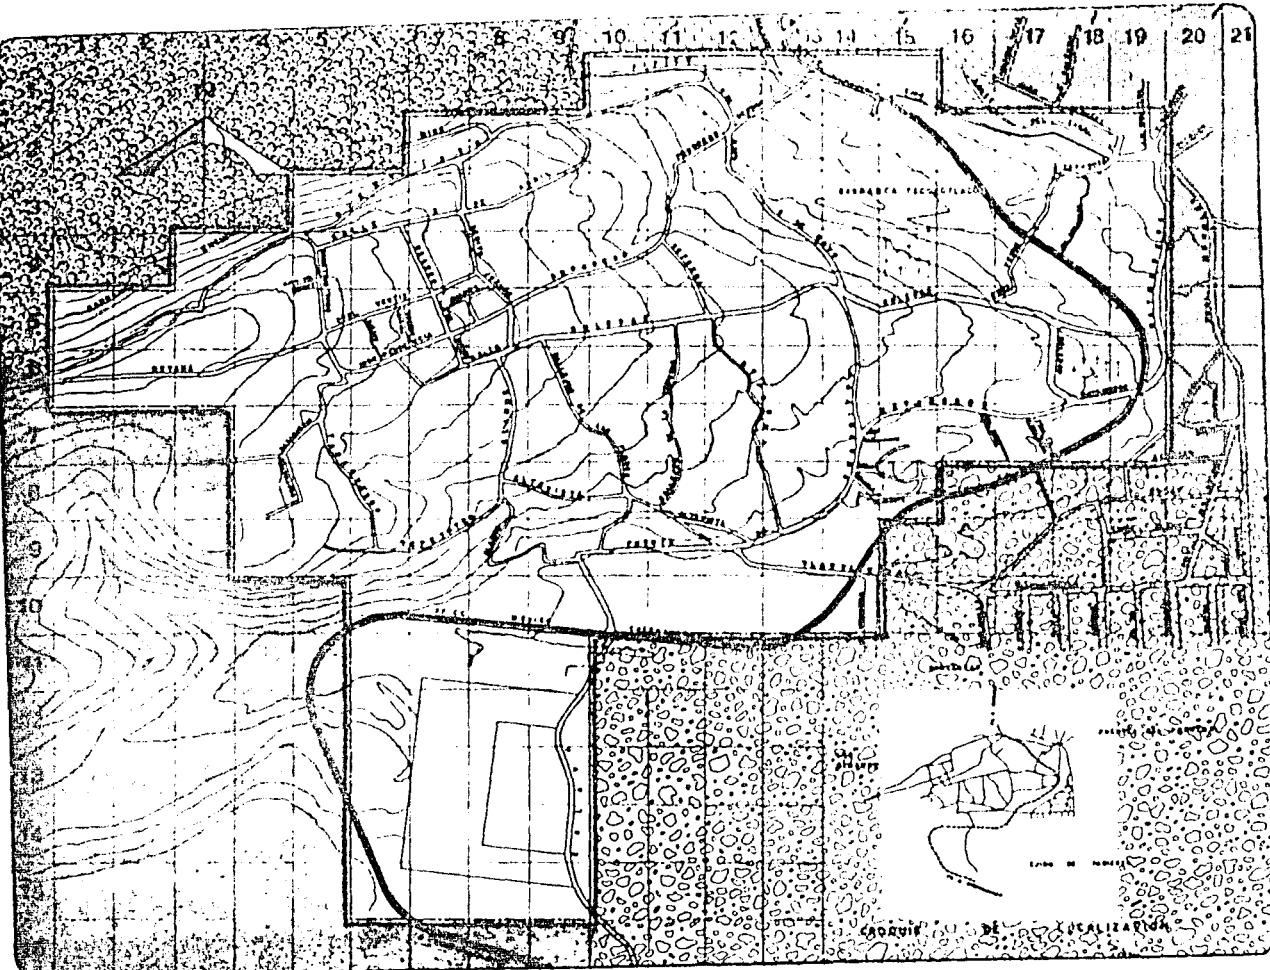

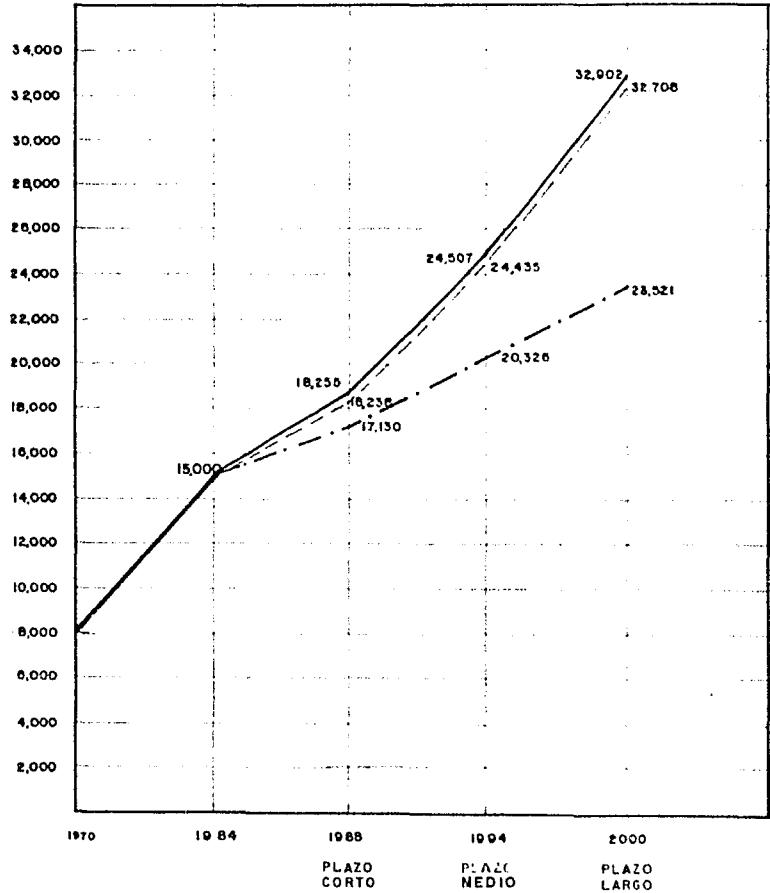

SAN NICOLAS



TOTOLAPAN

MILÉNIA MARÍA LÉON CONTRERAS

plan de acción
urbano-arquitectónico

simbología

TAZA DE INTERES
COMUN

LOGARITMICO

ARITMETICO

tesis profesional

plano: PROYECCIONES
DE POBLACION

escala: 1: 4000000

fecha:

OCTUBRE 1984

U facultad de arqui
N A M



autogobierno t-3

SAN NICOLAS



TOTOLAPAN

MARIA LA MAGDALENA CONTRERAS

plan de ordenación
urbano-arquitectónico

ANALISIS DEL MEDIO FISICO.

tesis profesional

U facultad de arqui

N

A

M

autogobierno t-3



ESTUDIOS

PROFESIONALES




18.

TOPOGRAFIA:

Es muy irregular en un 90%, presentando pendientes -- que van de un 5% hasta un 50%, estas últimas se presentan con mayor frecuencia en los límites norte y sur.

tesis profesionalU facultad de arquiN A Mautogobierno t-3

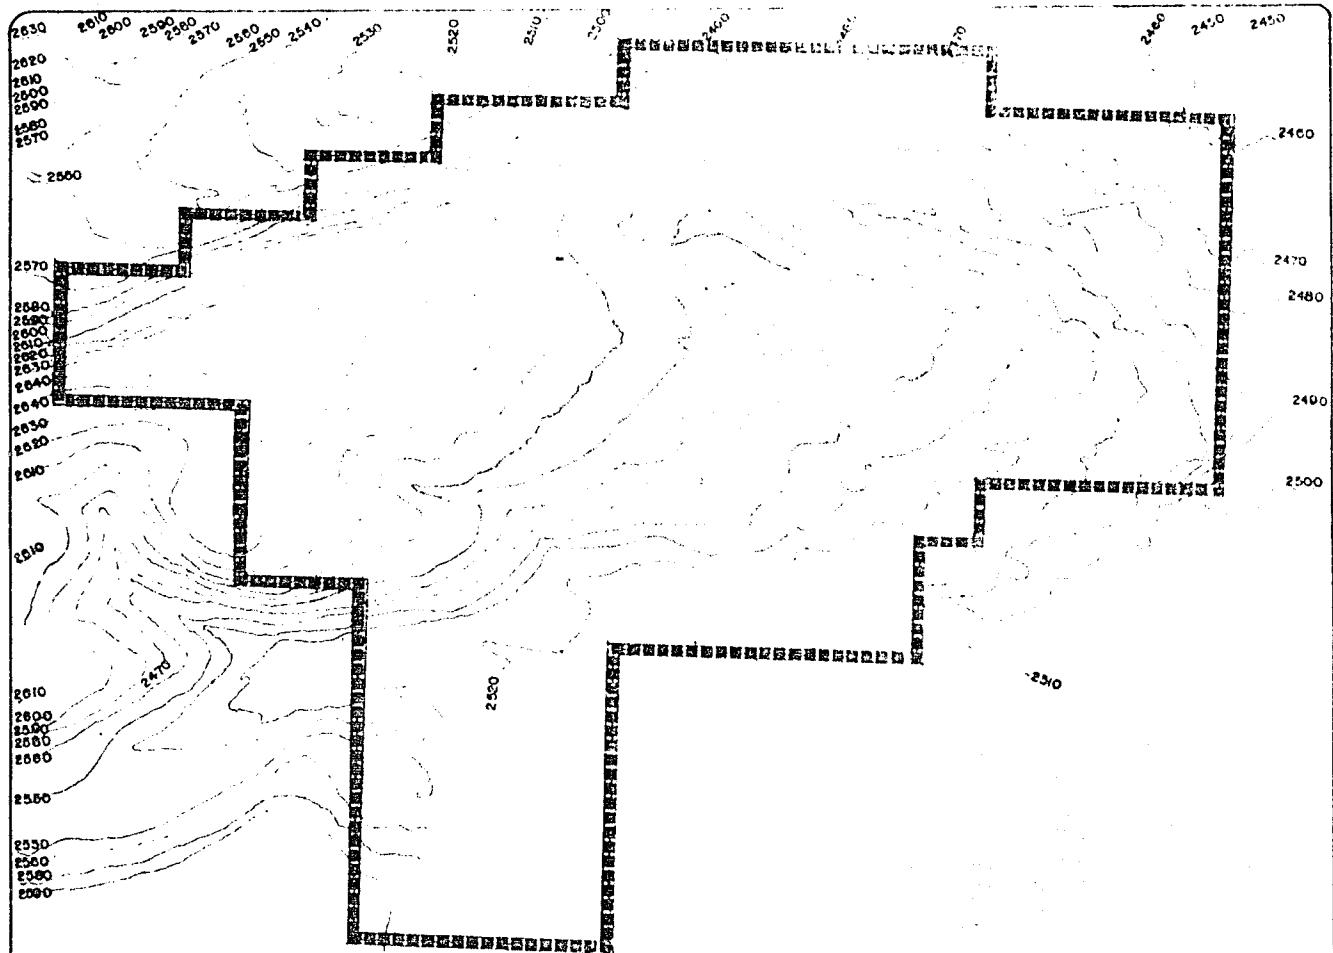

DELOS LA MAGDALENA CONTRERAS
plan de acción
urbano-arquitectónico

simbología
ZONA DE ESTUDIO 157 HAS

DELIMITACION ZONA DE ESTUDIO

tesis profesional

plano:
PLANO TOPOGRAFICO

escala: 1:4000

fecha:

OCTUBRE 1984

U facultad de arqui
N
A
M



autogobierno t-3



ANALISIS DE PENDIENTES:

- 1.- De 0-5% se localizan en una área aproximada de 82 has., -- sus características son: terreno sensiblemente plano, drenaje adaptable, estancamiento de agua, asoleamiento regular, se puede reforestar, se puede controlar la erosión, - ventilación media.
- 2.- De 5-10% con una área aproximada de 12 has. presentan las siguientes características: Pendientes bajas y medianas, - ventilación adecuada, asoleamiento constante, erosión media, drenaje fácil, buenas vistas.
Usa recomendable: Construcción de mediana densidad e industrial, recreación.
- 3.- De 10-25% en una área de 51 has. aproximadamente, con las siguientes características: Pendientes variables, zonas poco arregladas, buen asoleamiento, suelo accesible para - construcción, movimientos de tierra, cimentación irregular, visibilidad amplia, ventilación aprovechable, drenaje variable.





21.

Uso recomendable: Habitación de mediana y amplia densidad, equipamiento, zonas de recreación, zonas de reforestación, zonas preservables.

4.- + de 25%, localizadas en una área de 26 has. aproximadamente, sus características son: Pendientes extremas, laderas frágiles, zonas deslavadas erosión fuerte, asoleamiento extremo, buenas vistas.

Uso recomendable: Reforestación, recreación extensiva, conservación.

5.- Mayores de 45%, es un rango de pendiente considerado en general como no apto para el uso urbano, por los altos costos que implicaría la introducción, operación y mantenimiento de las obras de infraestructura, equipamiento y servicios urbanos.

tesis profesional

U facultad de arqui
N A M

autogobierno t-3

SAN NICOLAS



TOTOLAPAN

DENTRO LA MARAVILLA CORTEZAS

plan de accion
urbano-arquitectonico

simbologia

ZONE DE ESTUDIO 157 MAS

ZONE PEND. USO

0-5% AGRICULTURA
ZONA DE RECARGA
ACUFEROS
HABITACION DE BAJA
DENSIDAD.
RECREACION INTERNA

5-10% HABITACION DE ME-
DIANA DENSIDAD Y
RECREACION.

10-25% HABITACION DE ME-
DIANA Y ALTA DEN-
SIDAD.
EQUIPAMIENTO:
ZONA RECREACION
ZONA REFORESTACION
ZONA PRESERVABLE

+25% REFORESTACION
RECREACION EXTE-
NSIVA.
CONSERVACION

tesis profesional

plano:


ANALISIS DE PENDIENTES

escala: 1: 5000 0 5000

fecha:

OCTUBRE 1984

U facultad de arqui-
N A M
autogobierno t-3

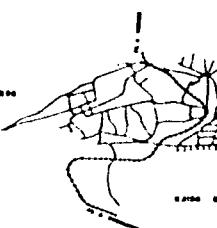

CROQUIS DE LOCALIZACION

LOTES
DEPARTAMENTOS

PARQUE DEL PECESAL

ESTANQUE

CROQUIS


DE

LOCALIZACION

EDAFOLOGIA:

Los suelos que conforman la región son del tipo feozem, son suelos de variados tipos climáticos así como en diversos terrenos desde planos hasta montañas, constituidos por una capa superficial oscura, suave, rica en materias orgánicas y en nutrientes, que se utilizan para la agricultura ya sea de riego o de temporal, de granos, legumbres y hortalizas, con altos rendimientos. En laderas o pendientes su rendimiento es más bajo, también se utilizan para el pastoreo o la ganadería erosionándose más rápido, para estos suelos depende mucho al tipo de terreno, la posibilidad de obtener agua.

Existen también los del tipo lúvico, que presentan una capa de arcilla en el subsuelo, estos suelos pueden ser más fertiles que los feozem, su vegetación es de bosque o selva, pudiendo también ser aptos para la agricultura. Es común encontrar los del tipo gleyeo, estos suelos presentan una capa que se satura de agua periódicamente, su vegetación es de pastizales y pueden usarse en la agricultura.

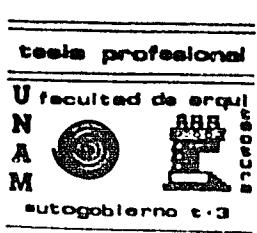

SAN NICOLÁS



TOTOLAPAN

DIFUSIÓN MÁS ALLÁ DE LAS FRONTERAS

plan de sección

urbano-arquitectónico

24.

Existen los del tipo calcedrítico, que se caracterizan - por tener cal; son los suelos más fértiles y productivos para la agricultura y la ganadería.

tesis profesional

U facultad de arqui

N

A

M



autogobierno t-3

**TOTOLAPAN**

DELE. LA MARQUELA COHETRAS

plan de colon
urbano-arquitectonico**simbologia**

ZONA DE ESTUDIO 187 HAS

FEOZEM
ESTOS SUELOS SE UTILIZAN
EN LA AGRICULTURA, PASTO-
TORO, GANADERIA.
EN ESTOS SE DESTRUYE
MENOS POR LA EROSION.
187 HAS 87.86 %


HAPLICO
ESTOS SUELOS SE UTILIZAN
EN LA AGRICULTURA DE
RIEGO O TEMPORAL.
ES INDISPENSABLE EL AGUA
POR TENDER A EROSIONARSE.
20 HAS 12.74 %

tecnico profesionalplano:
E D A F O L O G I A

000001 1:4000 elevos

fecha:

OCTUBRE 1984

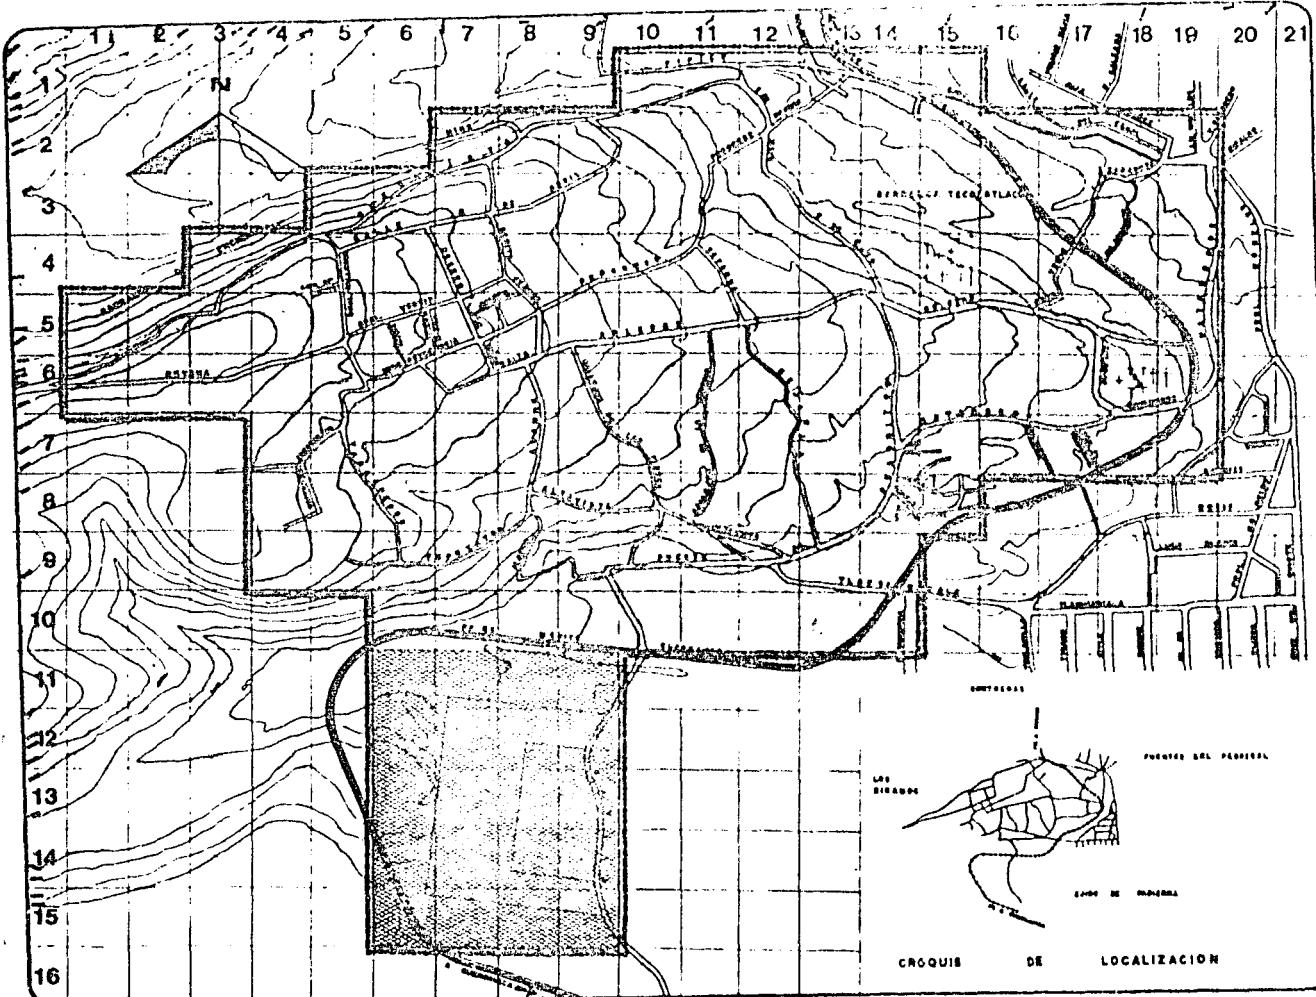U facultad de archi
N
A
M
autogobierno t-3



HIDROLOGIA:

Los cauces de agua existentes, río de La Magdalena y Eslava, desempeñan una función muy importante en la época de temporal, pues absorben la captación de lluvias pendiente arriba y los escorrentíos propios de la localidad, además de ser los puntos de descarga de aguas negras del poblado, es conveniente realizar pequeños embalses para contener la velocidad de escorrentíos y reducir la erosión.

tesis profesional

U facultad de arqui

N

A

M



autogobierno t-3

SAN NICOLAS



TOTOLAPAN

MEXICO LA MAGDALENA COYOPETLA

plan de acción
urbano-arquitectónico

simbología

ZONA DE ESTUDIO 157 HAS

A RIO LA MAGDALENA

B RIO ESLAVA

→ ESCURRIMIENTOS

— LA ZONA DE RESTRICCION ES DE 10 A 20 M.


tesis profesional

plano:
HIDROLOGIA

escala: 1: 40000
fechas:

OCTUBRE 1984

U facultad de arqui.
N
A
M
autogobierno t-3

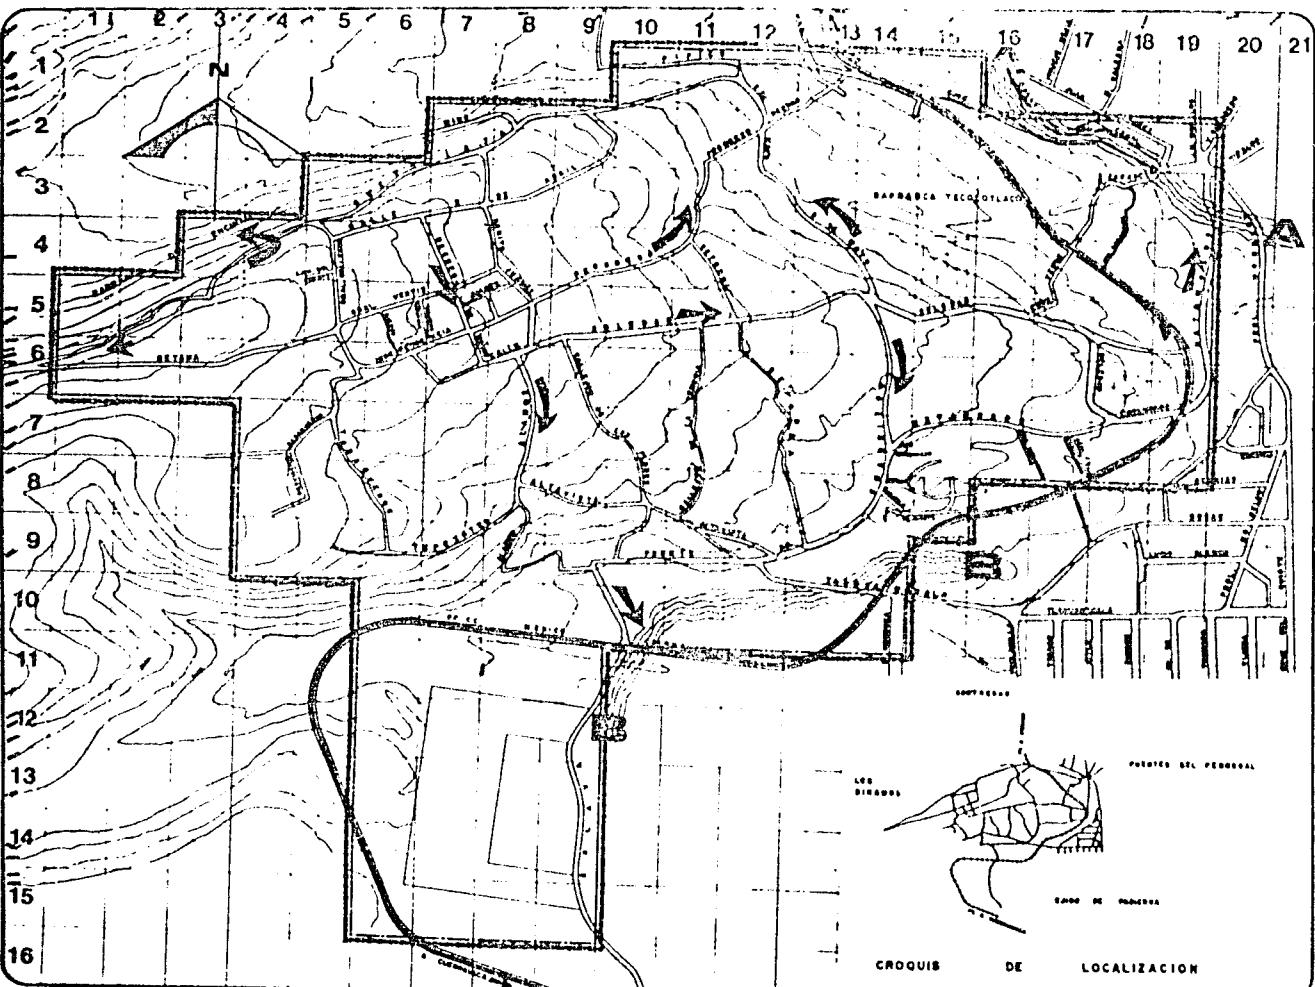

SAN NICOLAS



TOTOLAPAN

MEXICO LA MARDALENA CONTINENTAL

plan de desarrollo
urbano-arquitectónico

GEOLOGIA:

Tiene preponderancia la composición mineralógica del basalto, denominada brecha volcánica (extensión 80 has.) factible para la urbanización de alta y mediana densidad, con una extensión de 27 has., la aluvial que se compone de materiales sueltos de rocas preexistentes, siendo el uso recomendable el agrícola, zonas de conservación o recreación, urbanización de baja y mediana densidad.

tesis profesional

U facultad de arqui


N

A

M



autogobierno t-3

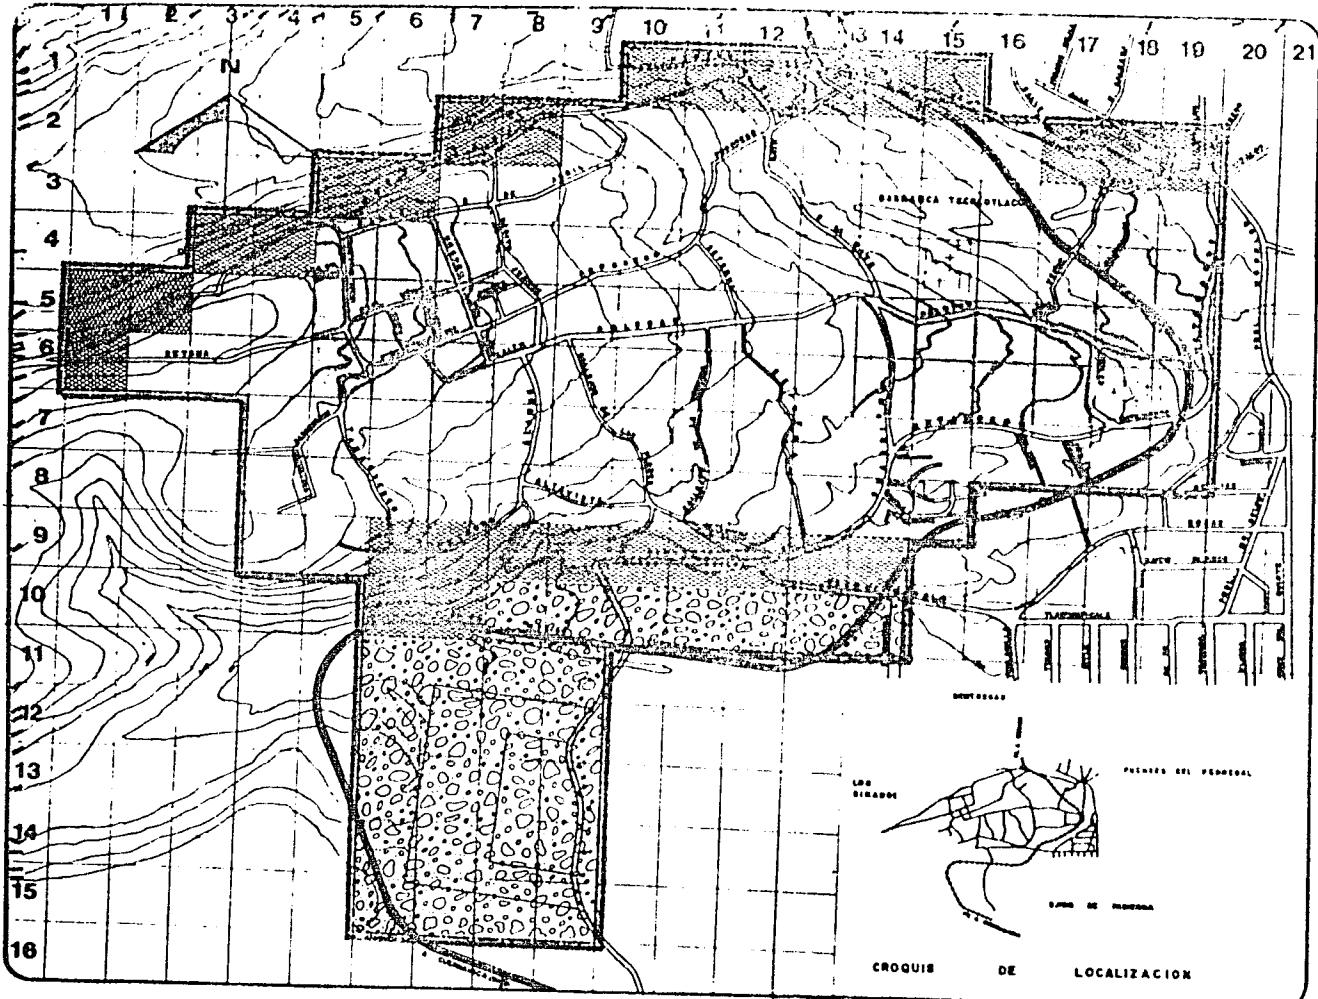

SAN NICOLAS



TOTOLAPAN

DE LA MAGDALENA CONTIINAS
plan de orden
urbano-arquitectonico

simbología
ZONA DE ESTUDIO 157 HAS

EOLICO
ACUMULACION DE MATERIAL
DE ROCAS PRE-EXISTENTES
(DUMAS)
21 HAS 12.88 %

BRECHA VOLCANICA
COMPOSICION MINEROGICA
DE LA ROCA BASALTO.
80 HAS 50.93 %

INTRUSIVA INTERMEDIA
GRANO GRUESO COMPOSTO
POR PLAGIOCLASAS.
29 HAS 16.47 %

ALUVIAL
DEPOSITO DE MATERIALES
SUELtos (GRAVAs-ARENAS)
DE ROCAS PRE-EXISTENTES.
27 HAS 17.00 %

tesis profesional

plano:

G E O L O G I A

escala: 1:10000 0.0001

fecha:

OCTUBRE 1984

U facultad de arqui

N A M

autogobierno t-3






USOS DEL SUELO:

Entre los tipos de vegetación natural, los cuales es menester proteger, incorporar con posibilidades de desarrollo urbano, existen en la zona:

- 1.- Los del tipo pastizal, con las características siguientes: vegetación de rápida sustitución, asoleamiento constante, temporal de lluvias, temperaturas extremas, se da en valles y colinas, control bueno para siembra, control de la erosión. Usos recomendables: Agrícola y ganadero, urbanización e industria.
- 2.- Matorral, características: vegetación de sustitución rápida, vegetación mediana baja, clima semiseco, temperatura variable, topografía semirregular. Uso recomendable: Urbanización uso industrial (no se preservan del desarrollo urbano a menos que tengan importancia económica para la comunidad).
- 3.- Bosques y frutales, características: vegetación sustituible si es planeada, vegetación constante excepto otoño y -



parte de invierno, asoleamiento al 50%, temperatura media,
topografía regular, humedad baja y mediana.
Uso recomendable: Industria maderera, industria de comestibles,
urbanización.

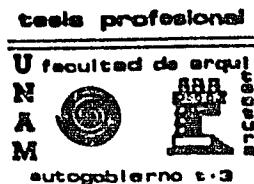

SAN NICOLAS




TOTOLAPAN


MUNICIPIO MÁS LARGO GUERRERO

plan de acción
urbano-arquitectónico


simbología

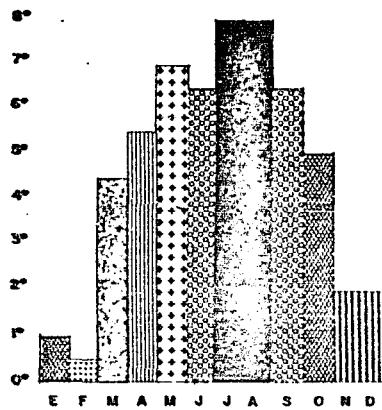

TEMPERATURA MINIMA

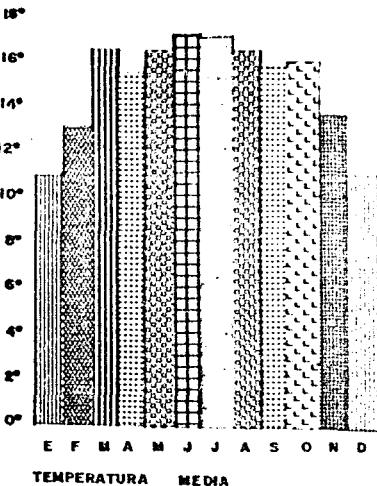

TEMPERATURA MEDIA

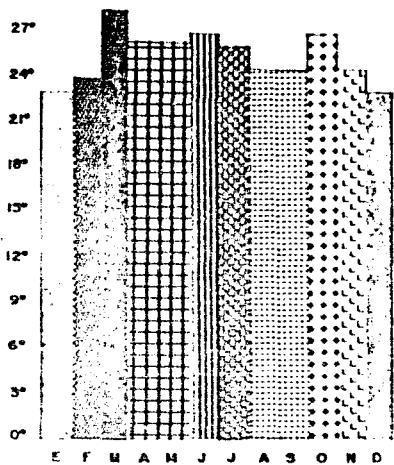

TEMPERATURA MAXIMA

tesis profesional

pliego:
GRAFICA DE TEMPERATURA

folios: 1 - 1000 hojas:
1000

folios:
1000

OCTUBRE 1984

U facultad de arqui

NAM

autogobierno s-3





CLIMA
MÉXICO

33.

Por su cercanía a las montañas del sur del Valle de México, su clima es extremoso, sobre todo en la época invernal, no así en el resto del año, cuando generalmente es templado, teniendo temperaturas promedio en los últimos 6 años de:

Mínima 5.5 grados C.

Média 14.18 grados C.

Máxima extrema 24.7 grados C.

Con una precipitación pluvial en los últimos 8 años de:

Mínima 5.8 mm. en el mes de noviembre.

Média 68.9 mm. en el mes de mayo.

Alta 174.9 mm. en el mes de agosto.



1.

VEGETACION:

Es recomendable respetar la existente, sobre todo la de difícil sustitución como los árboles, la actual presenta variedad de tipos, en menor número en el área urbana, presentando un núcleo a lo largo del cauce del río Magdalena, es notoria la preponderancia de magueyes, sobre todo en el área ejidal, es importante su valor funcional como elementos estabilizadores microclimáticos, protegiendo el suelo, evitando la erosión.


PAISAJE:

Es un factor que se considerará en la elaboración de propuestas, buscando incorporar los elementos naturales, con sus zonas boscosas en los proyectos a realizar, así como en el trazo de las calles de los futuros asentamientos.

CONCLUSIONES DEL ANALISIS:

El desarrollo urbano espontáneo y no planeado, que se ha verificado en San Nicolás Totolapan, ha traído consigo una mezcla caótica de actividades urbanas; generando con ello conflictos serios a los habitantes, en términos de tránsito, contaminación, falta de servicios y desajustes psicológicos, que se traducen respectivamente en graves costos sociales, por la pérdida de horas/hombre, destinadas a la transportación, abasto recreación, deterioro de la salud pública, de la educación, transformándose todo esto en una poca identificación de los pobladores con el lugar donde viven; todos estos problemas se visualizaron en base a la investigación de la localidad.

La forma de relieve determinará los procesos naturales y los usos que se podrán hacer de las distintas zonas del pueblo. Para pendientes menores del 5%, aunque son aptas para el desarrollo urbano que ya se ha dado, puesto que no requieren movimientos de tierra para la urbanización y construcción, su uso óptimo sería para lo agropecuario o áreas verdes. Las de 5 a 10% presentarán algunos movimientos de tierra para la urbanización, tienen la ventaja de facilitar el escurrimiento-

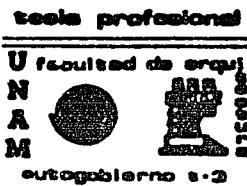

SAN NICOLAS



TOTOLAPAN

BELA LA MAGDALENA CONTRERAS

plan de accion

urbano- arquitectonico

36.

del agua. Las que van del 10 al 25% requerirán de mayores movimientos de tierra debido a los cortes y rellenos que se realizarán tanto para el trazo de las calles, como la conformación de plataformas de cimentación para la construcción de viviendas. Finalmente en las mayores al 15% deberá evitarse el desarrollo urbano, puesto que la construcción y urbanización resultan demasiado costosas.

tesis profesional

U facultad de arqui

N

A

M



autogobierno t-3

SAN NICOLAS



TOTOLAPAN

DE LA MARQUEZ CONTRERAS

plan de acción
urbano-arquitectónico

simbología

ZONA DE ESTUDIO 157 HAS

■ TERRENO CLASIFICADO DE 3^a CLASE POR SU PENDIENTE Y 2^a CLASE POR CARENCIA DE AGUA

□ HA SIDO CLASIFICADO COMO DE 1^a CLASE POR SU PENDIENTE Y SIN POSIBILIDAD AGRICOLA

● UNIDAD CLASIFICADA COMO DE 5^a CLASE POR LA PENDIENTE QUE PRESENTA Y 2^a POR CARENCIA DE AGUA

tesis profesional

plano:

USO POTENCIAL



velocidad: 1:4000 elevación:

escala:

fecha:

OCTUBRE 1984

U facultad de arquitectura
NAM autogobierno t-3

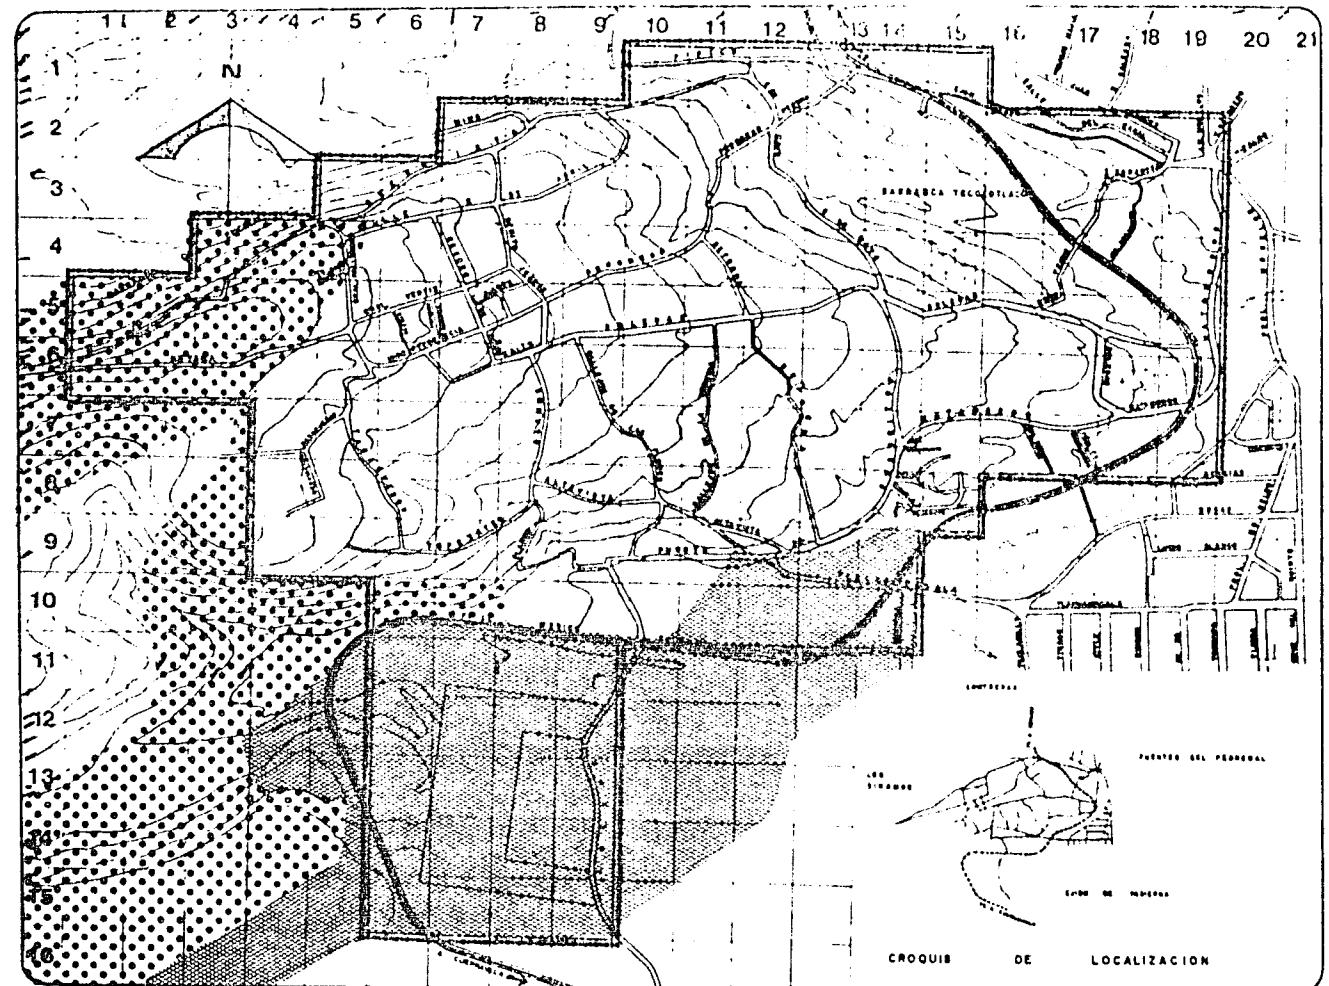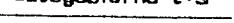

SAN NICOLAS



TOTOLAPAN

MARIA LA MARQUESA CONTRERAS

plan de acción

urbano-arquitectónico

simbología

ZONA DE ESTUDIO 157 HAB

- [Symbol: cross-hatch] AREA DE RECREACION INTENSIVA
- [Symbol: dots] AREA DE RECREACION PASIVA
- [Symbol: diagonal lines] AREA DE CONSERVACION
- [Symbol: wavy lines] AREA DE AMORTIGUAMIENTO
- [Symbol: grid] AREA DE CRECIMIENTO URBANO

tesis profesional

plano:
PROPIUESTA DE USOS


escala 1: 20000
dibujos

OCTUBRE 1984

U facultad de arquitectura
N
A
M



autogobierno t-3

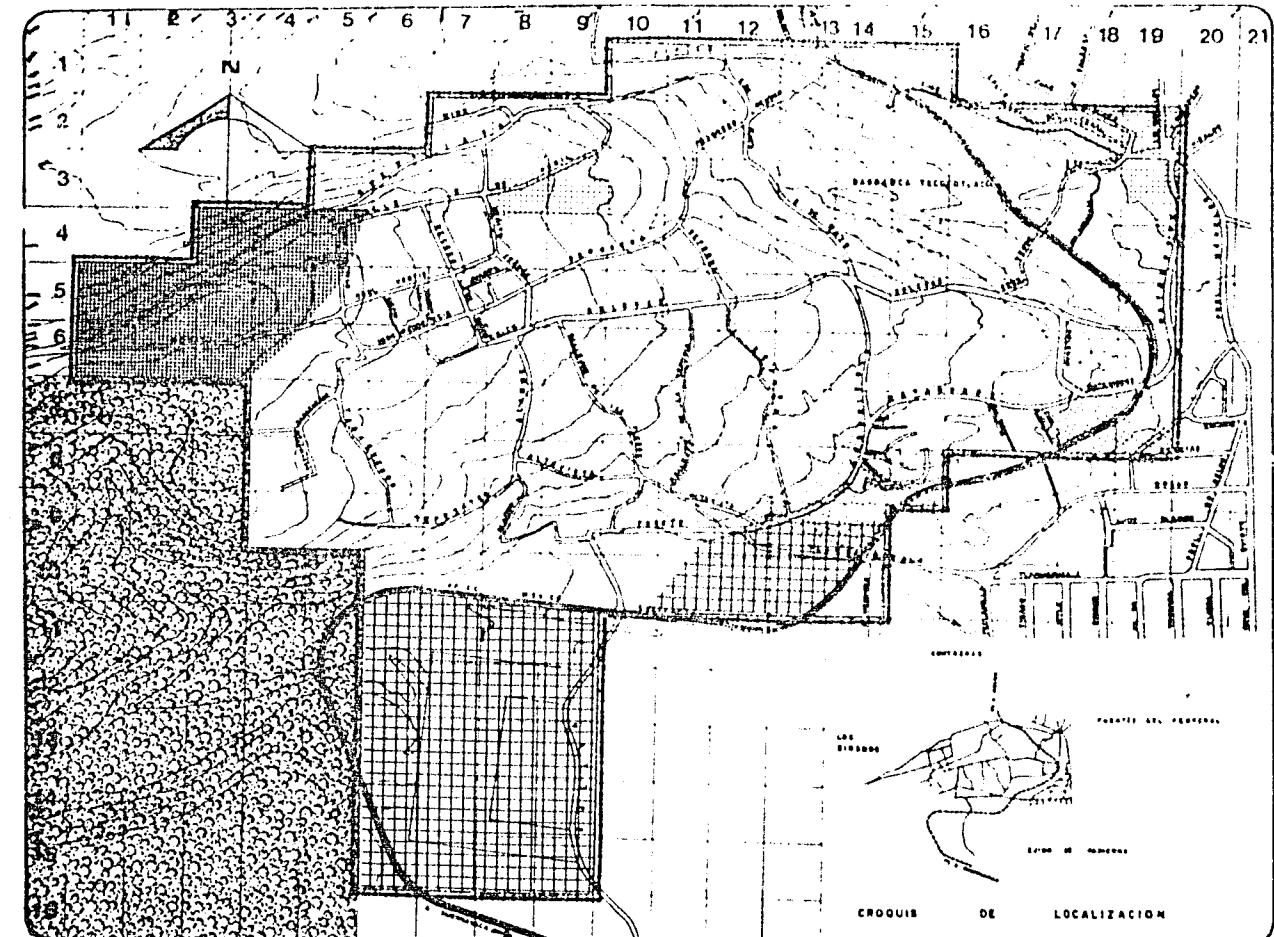



SINTESIS DE PROBLEMAS:

Es difícil generalizar los problemas para todo el poblado, pero se puede afirmar que los más connotados son los siguientes:

1.- Los servicios de agua, drenaje, luz eléctrica, pavimentación y limpia.

2.- La regularización y el acondicionamiento de calleles y callejones.

3.- La gradual y continua pérdida de su identidad como pueblo, a causa del acelerado y desordenado crecimiento urbano.

4.- La falta de un establecimiento comercial, ya sea tipo cooperativa de consumo, que permita una generación de ingresos y empleos.

5.- La falta de un centro socio cultural y de actividades deportivas, adecuado a las necesidades de los habitantes.

TOTOLAPAN
DELE LA MARIALENA CONTRERAS
plan de acción
urbano-arquitectónico

tesis profesional
U facultad de arqui
N
A
M
autogobierno t-3



46.

tes, con un programa amplio que coadyuve al desarrollo integral de la comunidad.

Estos últimos a solicitud expresa de la asociación de residentes. En lo que respecta a establecimientos comerciales de artículos de primera necesidad sólo cuentan con misceláneas por lo general mal surtidas, por lo cual se ven en la necesidad de acudir al mercado de Contreras ó al de San Angel, haciendo un largo recorrido por la disposición de la vialidad, ya que solo se accede al pueblo por la avenida Soledad, aunado a la dispersión de los establecimientos.

En el aspecto de centros de recreación existen 3 canchas para fútbol, en mal estado y que debido a intereses particulares, los habitantes hacen poco uso de ellas, siendo los de Padierna e incluso de Ajusco y Tlalpan los que administran los horarios en sábados y domingos que son los principales días para la práctica de este deporte. No existe un centro de reunión ó de implementación cultural y actividades, para esto tienen que acudir a la Casa Popular ó a la Unidad Independencia.






PROPIUESTA GENERAL:

Al abordar el aspecto referente al diseño urbano, es menester considerar que será menos clástico, por estar sujeto a una legislación más estrecha, determinará las directrices de la organización urbanística de la región que debe desarrollar normas generales y programas de actuación, en base al estudio, de la investigación particular, sin manejar soluciones radicales que puedan destruir el carácter típico del pueblo, o de una parte antigua del mismo, que no ocurra la pérdida del bienestar, de lo propiamente urbano, de la atmósfera, de lo que da vida y ambiente a la zona, respetando su traza original, evitando la forma inconsecuente de los nuevos principios de la ciudad zonificada.

Al contenido del plan, además de su finalidad será: - el aprovechamiento del suelo para toda la zona del pueblo, según sus exigencias, analizando los aspectos topográficos.

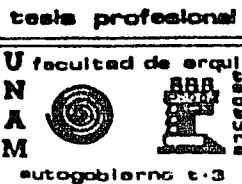



ZONIFICACION POR INTENSIDAD DE USO DE LA TIERRA.

Tierra ociosa o virgen.- Todo el cauce de los ríos -- Magdalena y Eslava, que es necesario preservar, dada su importancia ecológica.

Tierra no residencial.- Para edificios de equipamiento comunitario: el terreno de la subestación de la C.F.E. para centro deportivo y socio cultural, el ubicado en las calles Soledad y Progreso para mercado, el de Reforma y Puente de Cuadrados para primaria y jardín de niños y el de Relama casi esquina con Buenavista para centro de salud.

Tierra no urbanizable.- Área de reserva con potencial de desarrollo a futuro: toda la zona ejidal.


Tierra urbanizable.- Terrenos que por sus cualidades naturales de pendientes, suelos, vegetación, disponibilidad de agua, etc. son aptos para el desarrollo urbano: Todos los baldíos existentes en el área urbanizada.

ESTRUCTURA URBANA

CRECIMIENTO HISTORICO.

A partir de su fundación el pueblo ha pasado por múltiples problemas originados por la posesión y extensión de sus tierras; siendo menester desde la época de la Colonia, la intervención del virrey Don Luis de Velasco, quien ordenó una investigación que verificara la autenticidad de sus títulos de propiedad, que datan de la época de los Mexicanos; paulatinamente con decretos, invasiones, malos manejos por parte de algunos de los comisariados ejidales, han perdido gran cantidad de tierras, que llegaban incluso hasta la Villa Olímpica y el bosque del pedregal, y lo que hoy es la delegación Tlalpan.

Adquiere características urbanas y ejidales que se desarrollaron a partir de la Revolución Mexicana; ya que a raíz de este movimiento se generalizó en 1924 la repartición de tierras, así como la migración de gentes de otros estados de la República, a los que también se les dota de parcelas, posteriormente en 1928 es legalizado el ejido; transcurriendo la di

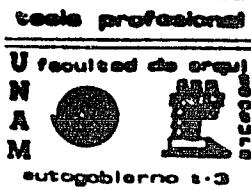

SAN NICOLAS



TOTOLAPAN

MARIA LA MAGDALENA CONTRERAS

plan de accion
urbano-arquitectonico

44.

náutica del pueblo de una manera estable, hasta la década de -- los setentas que es cuando se presentan los problemas referidos anteriormente.


tesis profesional

U facultad de arqui

N A M



autogobierno t-3

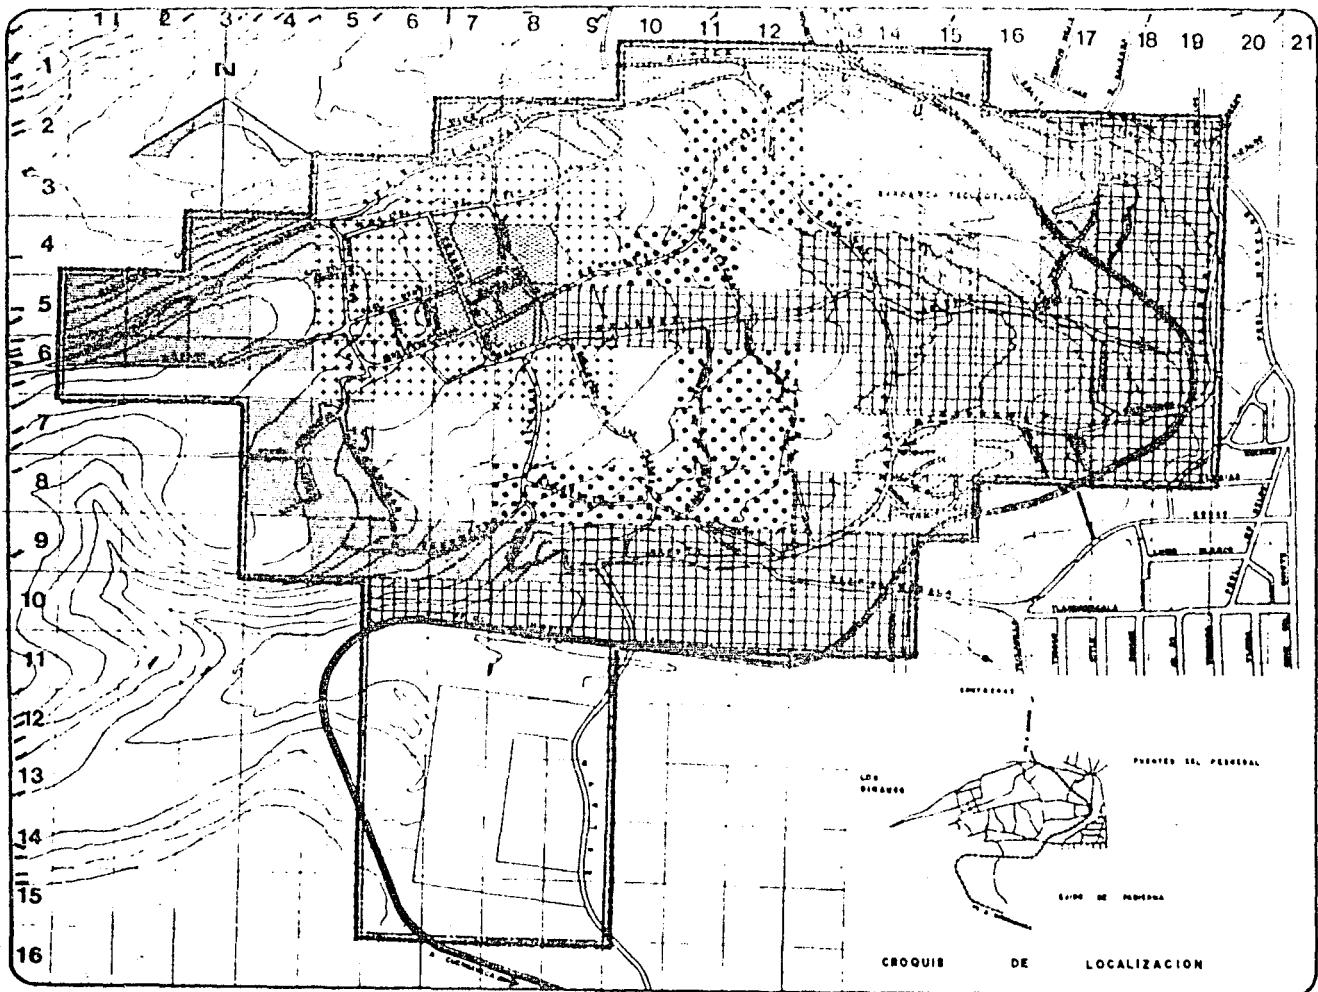

SAN NICOLAS



TOTOLAPAN

DELE LA MARCELA CORTERAS

plan de acción
urbano-arquitectónico

simbología

xxxxx	FUNDACION	
	PERIODO HAS %/.	
1920-29	44.26	26.00
	1930-39	14.00 .089
•••	1940-49	16.00 .10
xxxxx	1950-59	3.5 .027
	1960-69	12.0 .0076
	1970-79	20.5 .1500

tesis profesional

plano: CRECIMIENTO
HISTORICO

escala: 1: 4000 eleva:

fecha:

OCTUBRE 1984

U facultad de arqui

N
A
M

Autogobierno t-3





USO DEL SUELO:

El no haber definido la zonificación ha dado por resultado mezclas no compatibles en los usos del suelo, originando a su vez una estructura funcional poco clara y eficiente, - ya que los diversos usos propician tránsitos diferentes, cada uno con distintas necesidades y objetivos, con desorden y falta de circulación, dado que solo por la av. Soledad se llega al pueblo. No se considera al medio ambiente y se están afectando ecosistemas locales con el consecuente deterioro por la invasión de tierras ejidales.

Por haberse creado sin estructura urbana, el crecimiento urbano que se ha verificado a partir de 1970 es irregular con variaciones dimensionales de manzanas, lotes y calles, lo cual lo hace más costoso para dotarlo de infraestructura, - esto ha obstaculizado la ordenación de la circulación y de los servicios y circulación diferentes que, al unirse provocarán conflictos de tránsito, límites de propiedades además de lo -- pronunciado de las pendientes.

Al no haber planeado la dosificación de servicios con

tesla profesional

U facultad de arqui

N

A


M

autogobierno t-3





tiempo, se traduciría en elevados costos en la construcción, la no adquisición o selección adecuada del terreno lleva a insuficiencias en el servicio, en el pueblo se han ido designando poco a poco los terrenos conforme se van necesitando, disgregando los servicios, resultando para los moradores en algunos casos el tránsito motorizado un problema más, aunado a la falta de claridad en la ubicación de cada servicio.

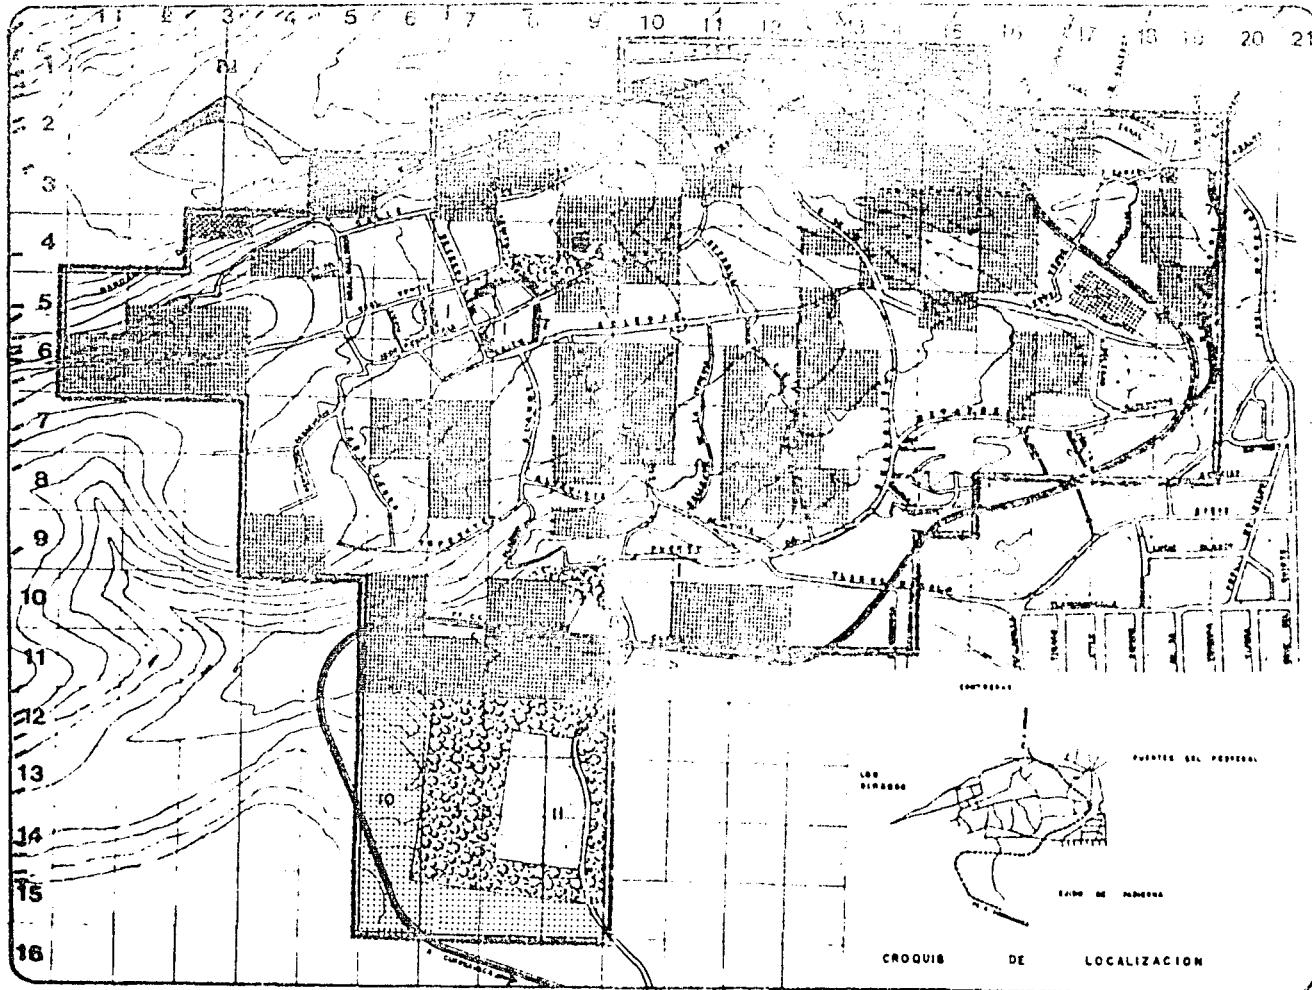

SAN NICOLAS



TOTOLAPAN

MARÍA LA MARQUEZA CONTRERAS

**plan de acción
urbano-arquitectónico**

Simbología

ZONA DE ESTUDIO 187 HA.

HA %

USO VIVIENDA	85.00	54.00
USO SERVICIOS	10.00	6.5
USO AGRICOLA	7.00	4.5
BALDÍOS	55.00	35.00
USO VACÍA/D	8.55	5.00

%	
14	EDUCACION
025	SALUD
6.6	RECREACION
012	CULTURAL
0.09	L.V. PUBLICOS
1.14	FAT. + MORTUARIOS
0.61	ZONA COMERCIAL
0.05	MDO S RUEDAS
0.15	ESTACION POLICIA
2.50	ZONA AGRICOLA
0.75	• SUBESTACION ELEC.

tesis profesional

plano:

USO DEL SUELO

escala: 1 : 4000 elevac:

fecha:

OCTUBRE 1984

**UNIVERSIDAD NACIONAL
AUTONOMA DE MEXICO**



autogobierno t-3

DENSIDAD DE POBLACION:


Del total de has. que comprenden la zona de estudio - (157 has.) presentan los siguientes coeficientes:

19 has. a razón de 275 hab./ha. = 5225 habitantes.

28 has. a razón de 210 hab./ha. = 5880 habitantes.

38 has. a razón de 105 hab./ha. = 3990 habitantes.

72 has. se encuentran baldíos y/o se dedican a la agricultura.

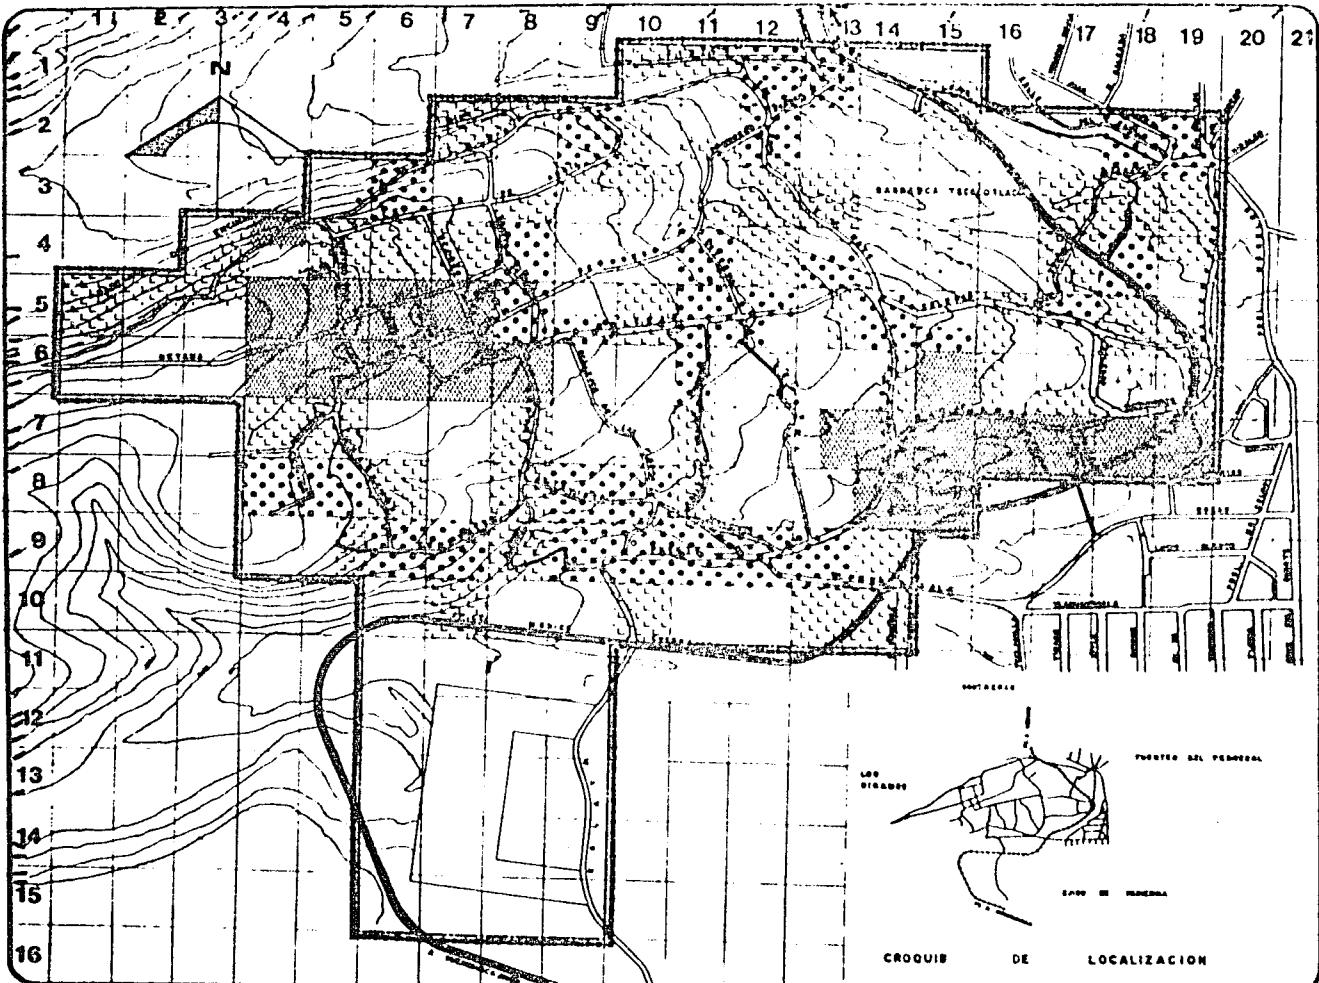

SAN NICOLAS



TOTOLAPAN

MUJERES MARXISTAS CONTRARIAS

PLAN DE DESARROLLO URBANO-ARQUITECTONICO

simbología

ZONAS DE ESTUDIO 157 H.

ZONA POBLACION = MAS. HAB.

██████ 275 HAB/HA. 5,225 19.0

●●● 210 HAB/HA. 58.80 20.0

■■■ 105 HAB/HA. 3000 30.0

BALDIO 72.0

team profesional

plano

DENSIDAD DE POBLACION

escala: 1:4,000
0 200 400 600 800 1000

Periodo: OCTUBRE 1984

Universidad de Arquitectura

NACIONAL AUTONOMA

de Mexico

autogobierno b-3



TENENCIA DE LA TIERRA:


En base al análisis del potencial se clasificó en:


Privado: toda la zona urbana.

Ejidal: la parte sur noroeste.

Comunal: que son tierras de copropiedad que se encuentran en -
la zona de conservación.

Público: tierras de uso común, propiedad de la nación, bienes-
de donación para equipamiento.

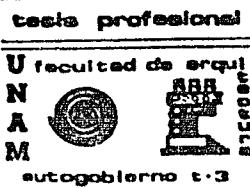

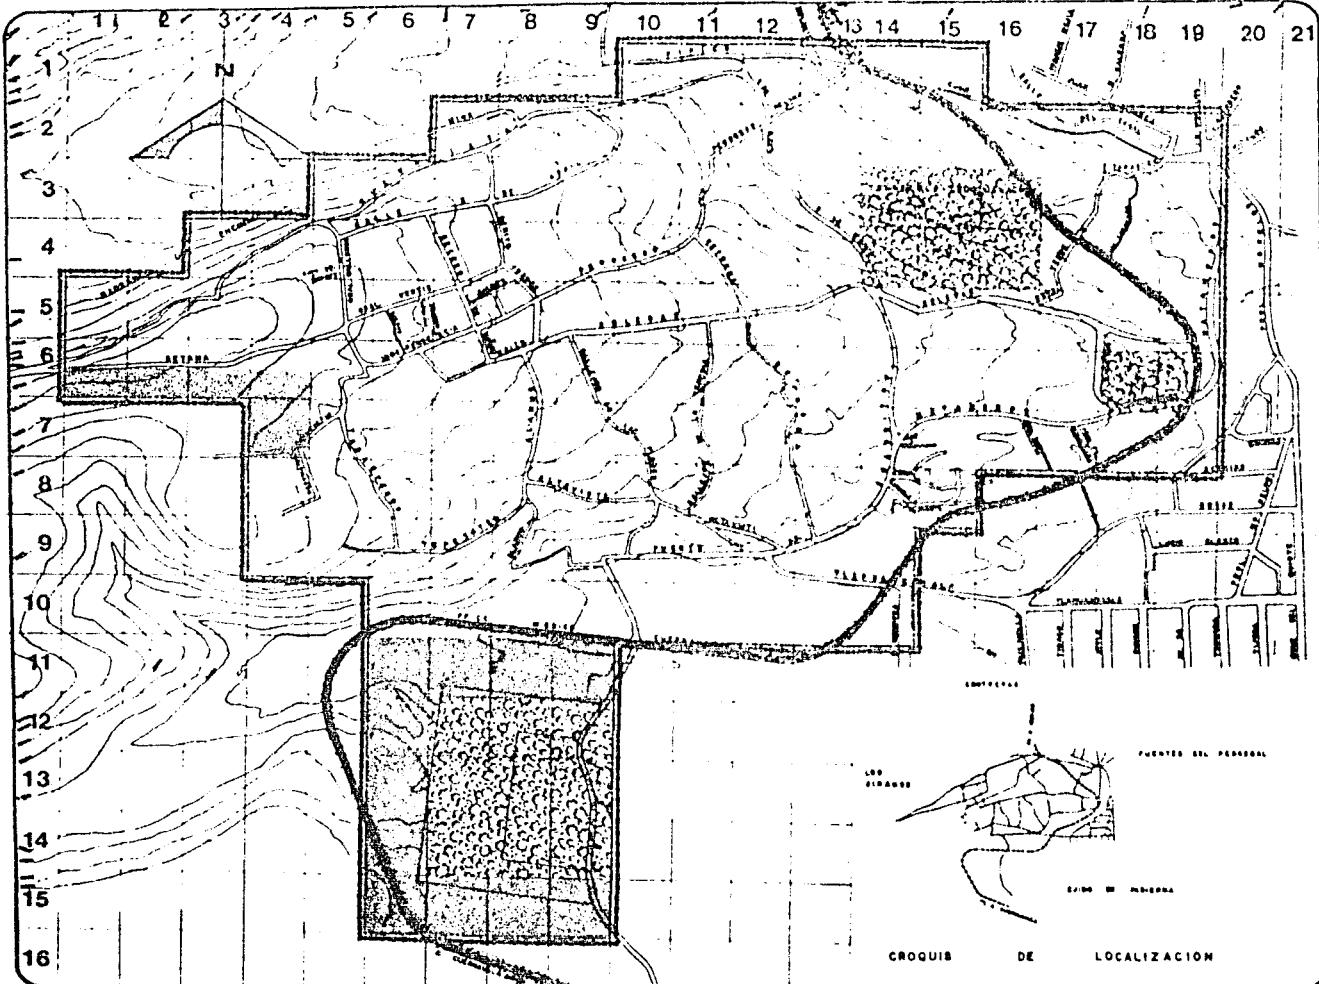

SAN NICOLAS



TOTOLAPAN

DELEO LA MAZCALLERA CONTRERAS
plan de acción
urbano-erquitectónico

simbología
ZONA DE ESTUDIO 157 HAB

	HAB.	%
PROPIEDAD FEDERAL	165	10.50
PROPIEDAD EJIDAL	160	10.20
PROPIEDAD PRIVADA	1245	78.30

tesis profesional

plano:
TENENCIA DE LA TIERRA

escala: 1:4000 elevación:
1000 msnm

FECHA:

OCTUBRE 1964

UNIVERSIDAD NACIONAL AUTONOMA DE MEXICO

Facultad de Arquitectura

NAM

Autogobierno t-3

RRP
CONSTRUCTORES

VALOR DEL SUELO:

En San Nicolás Totolapan se distinguen los tres tipos:

Bajo, que son los de la parte más accidentada, ubicada en los límites norte y sur con difícil acceso.

Medio, la zona con pendientes regulares, servicios y accesos - no difíciles.


Alto, los de la parte central del pueblo y los que se encuentran en las inmediaciones de la vialidad principal, además de los pocos que quedan en los grupos con características residenciales.

tesis profesional

U facultad de arqui
N
A
M



autogobierno t-3

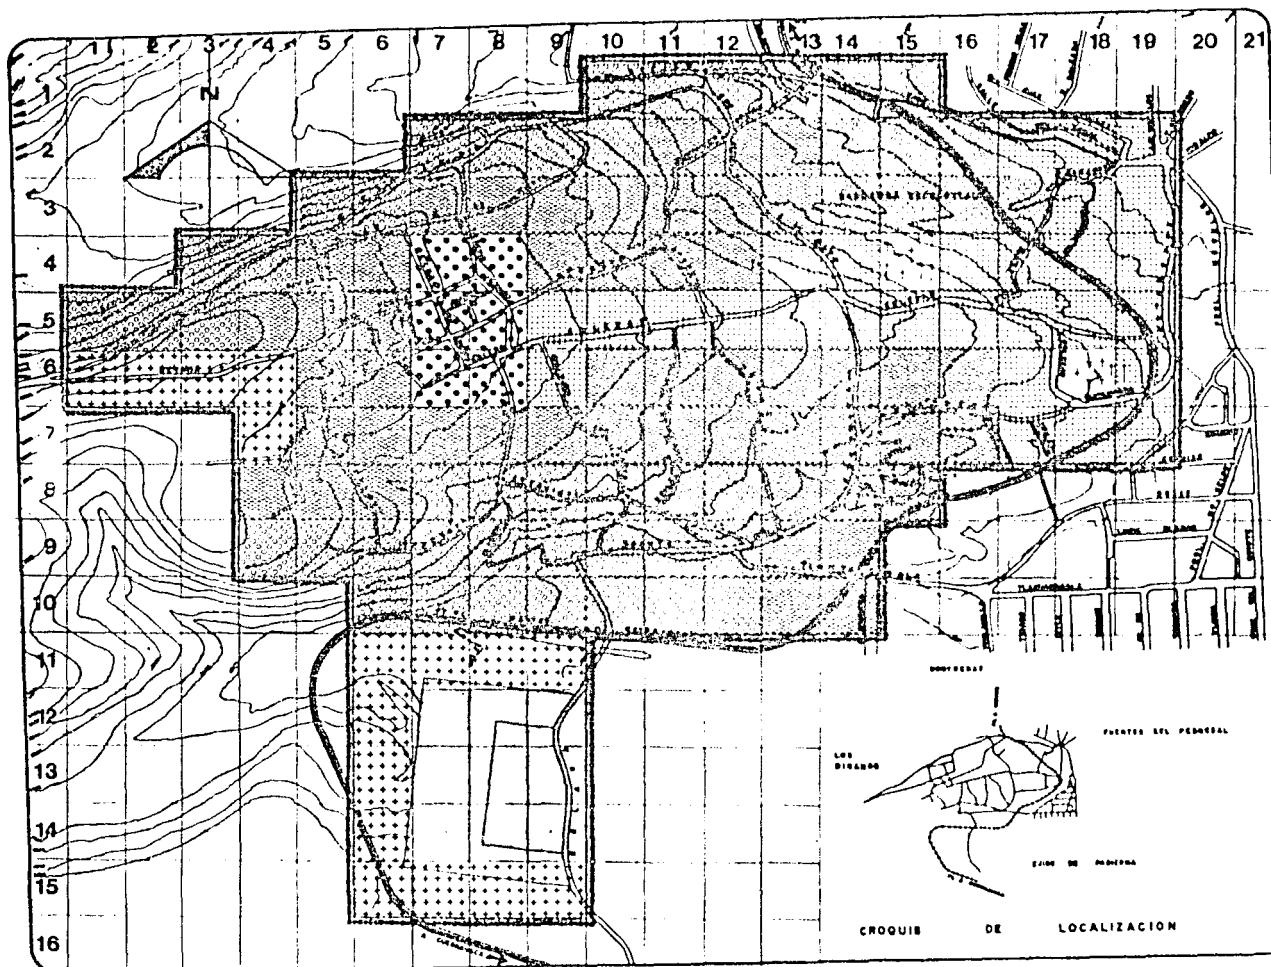

BAN NICOLAS



TOTOLAPAN

DELE LA MARQUEZA CONTRERAS

plano de sección
urbano-arquitectónico

Simbología

ZONA DE ESTUDIO 187 HAS.

VC VTD V.COM M² %

■ 20 2,400 — 10,000 13

● 20 2,400 8,000 60,000 3.8

□ 20 2,400 6,000 180,000 17.8

▨ 20 2,400 5,000 500,000 31.9

▢ 20 2,400 3,000 460,000 29.3

◆ PROPIEDAD FEDERAL 90,000 5.7

◆◆ PROPIEDAD EJIDAL 160,000 10.8

VC = VALOR CATASTRAL
(PAGO DEL IMPUESTO PREDIAL)

VTD = VALOR TRACCIÓN DE DOMINIO
(INGO FISCAL COMPRA-VENTA)

V.COM = VALOR COMERCIAL
(RECOGO POR LA OFERTA Y LA
DEMANDA)

tesla profesional

plano:

VALORES DEL SUELO

DETALLE: 1: 6000 ELEVACIÓN:

TOPO:

OCTUBRE 1984

U facultad de arqui

N A M

autogobierno t-3



DENSIDAD DE CONSTRUCCION

Alta.- Se localiza en una extensión de 34 has, (21.65%) con una densidad de 3010 a 4500 m²/ha. comprende el centro del poblado, el acceso al mismo por la vialidad principal (Av. Soledad) y una parte de la región sur, por la calle Tlahuamacalla.


Media.- Con una extensión de 30 has. (19.10%) con una densidad de 1010 a 3000 m²/ha. comprende la región norte y sur sobre la Av. Soledad.

Baja.- Se ubica en las zonas más accidentadas de la localidad, con una extensión de 26 has. (16.45%) con una densidad de 10 a 1000 m²/ha.

colectivo profesional

**UNIVERSIDAD NACIONAL
autogobierno e•3**



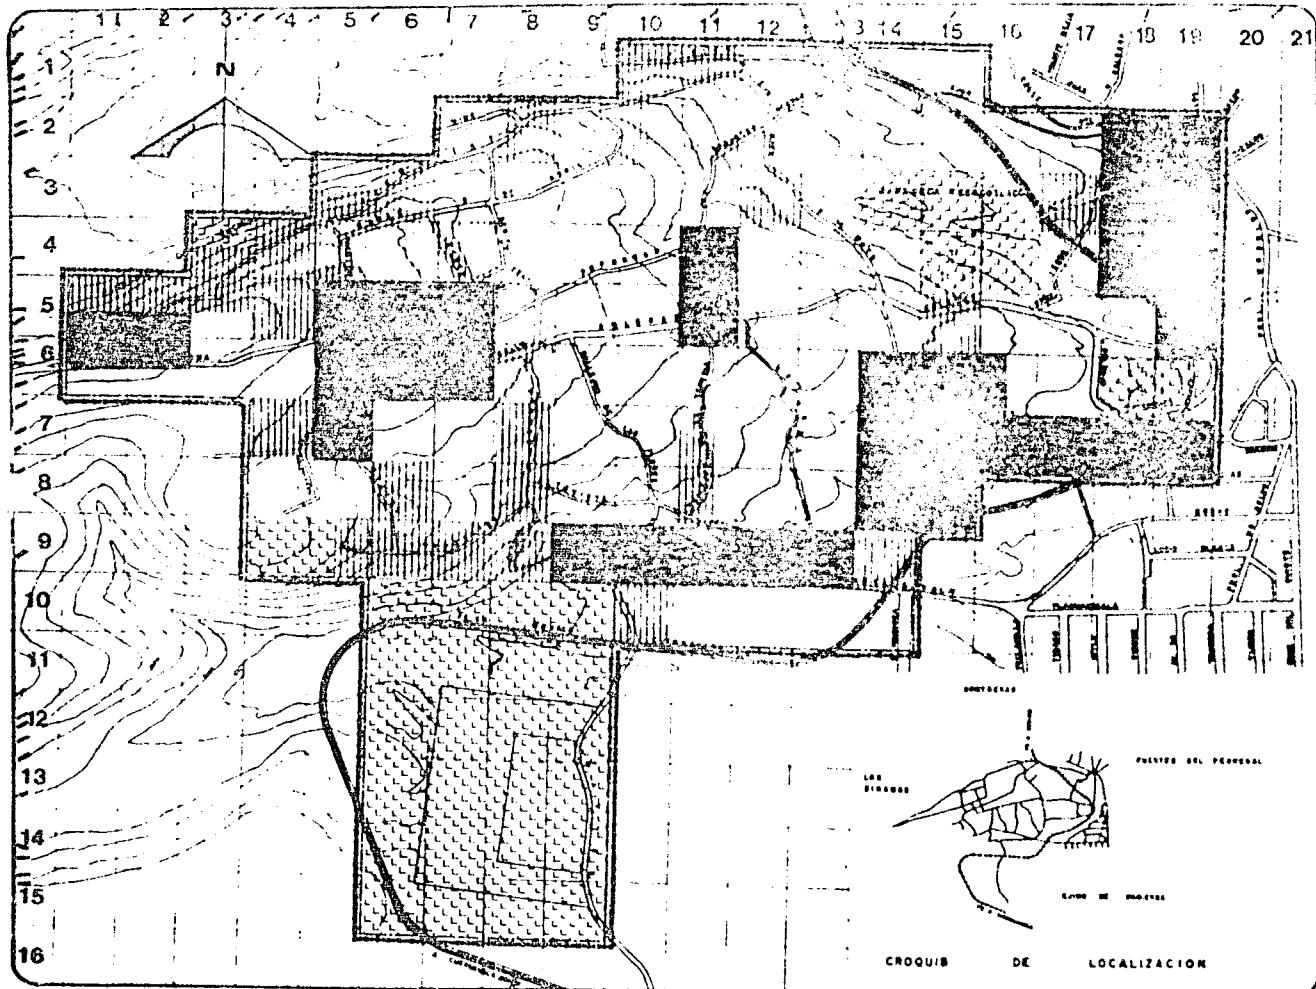

SAN NICOLAS

TOTOLAPAN

DELE LA MASTICINA CONTRIBUIR
plan de acción
urbano-arquitectónico

simbología

ZONA DE ESTUDIO 137 HAS.

DENSIDAD M2/HA HAS %

ALTA	3000	34	2165
MEDIA	3000	20	1910
BAJA	1000	26	1656
NULA		67	42 67

tesis profesional

plano DENSIDAD DE CONSTRUCCION

escala 1:1000

fecha: OCTUBRE 1984

UNIVERSIDAD NACIONAL AUTONOMA DE MEXICO

Facultad de arquitectura

Nombre:

autogobierno e-3



CALIDAD DE VIVIENDA:

Buenas condiciones.- Localizada en una área de 39.25-has. (25%) caracterizándose por: Resistente en acabados y estructura, muros de tabique, techos de concreto.

Regulares condiciones.- Abarca una área de 30 has. (19.11%) presenta: Acabados deteriorados y estructura resistente, muros de tabique y adobe, techos de losa y bóveda.

Malas condiciones.- Se ubica en una área de 10 has. (6.37%) presenta: Estructura y acabados deteriorados, inestable, muros de tabicón y adobe, techos de láminas de cartón y -asbesto.

tesis profesional

U facultad de arqui
N
A
M

autogobierno t-3

SAN NICOLAS



TOTOLAPAN

DELE LA MARGALINA CONTRAPES
plan de acción
urbano-arquitectónico

simbología

ZONA DE ESTUDIO 157 HAS

BUENAS CONDICIONES
39.25 HAS. 25.00 %
RESISTENTE EN ACABADOS
Y ESTRUCTURA; MUROS DE
TABIQUE, TECHO DE CON-
CRETO

REGULARES CONDICIONES
30.00 19.11 %
ACABADOS DETERIORADOS
Y ESTRUCTURA RESISTEN-
TE; MUROS DE TABIQUE
Y ADOBE, TECHOS DE
LOSA Y DOVEDA.

MALAS CONDICIONES
10.00 HAS. 6.37 %
ESTRUCTURA Y ACABADOS
DETERIORADOS; INESTABLE
MUROS DE TABICÓN Y
ADOBE, TECHOS DE LACI-
HAS DE CARTÓN Y AS-
BESTO.

tesis profesional


plano:
CALIDAD DE VIVIENDA

escala: 1: 4000 círculo:

fecha:

OCTUBRE 1984

U facultad de arqui-
Nnam
M autogobierno t-3

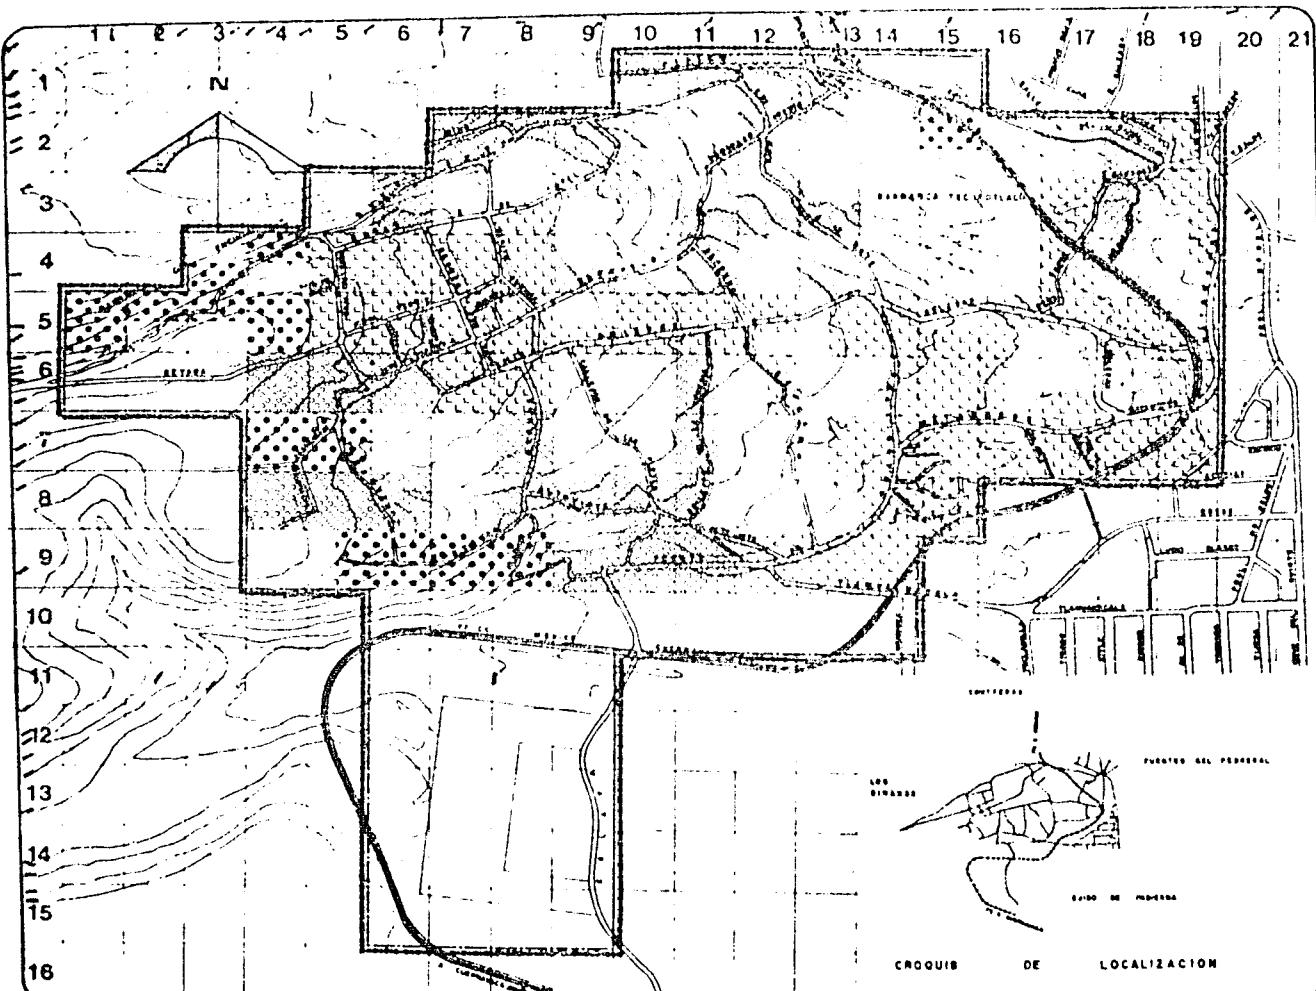

SAN NICOLAS

59.



TOTOLAPAN

MARIA LA MAGDALENA CONTRERAS

plan de accion
urbano-arquitectonico

INFRAESTRUCTURA.

tesis profesional

U facultad de arqui

N
A
M
M



autogobierno t-3

SAN NICOLAS



TOTOLAPAN

Dpto LA MAGDALENA CONTRERAS
plan de acción
urbano-arquitectónico

bimboleología

ZONA DE ESTUDIO 157 HAS
TIPO DE SERVICIO:
TOMA DOMICILIARIA

■■■ RED ABASTECEDORA A LOS
TANQUES ROMPEDORES 157 HAS
20 HAS 12.74 %

■■■ RED 67 HAS
90 HAS 57.82 %

■■■ TANQUE DE ALMACENAMIENTO
CAP. 1200 m³

■■■ TANQUE ROMPEDOR DE
PRESIÓN, CAP. 40 m³

FUENTE DE CAPTACION:
MANANTIAL DE POTRERILLO

DOTACIÓN N:
150 LTS DIARIOS/HAB

V E R T I D O:
POR GRAVEDAD

T R A T A M I E N T O:
NO REQUIERE

A R E A S E R V I D A:
7000 EL ÁREA HABITADA

tesis profesional

plano:
AGUA POTABLE

RESCAL 1: 5000 CIEGO.

FECHA:


OCTUBRE 1984


U facultad de arqui-


N

N A M

autogobierno t-3

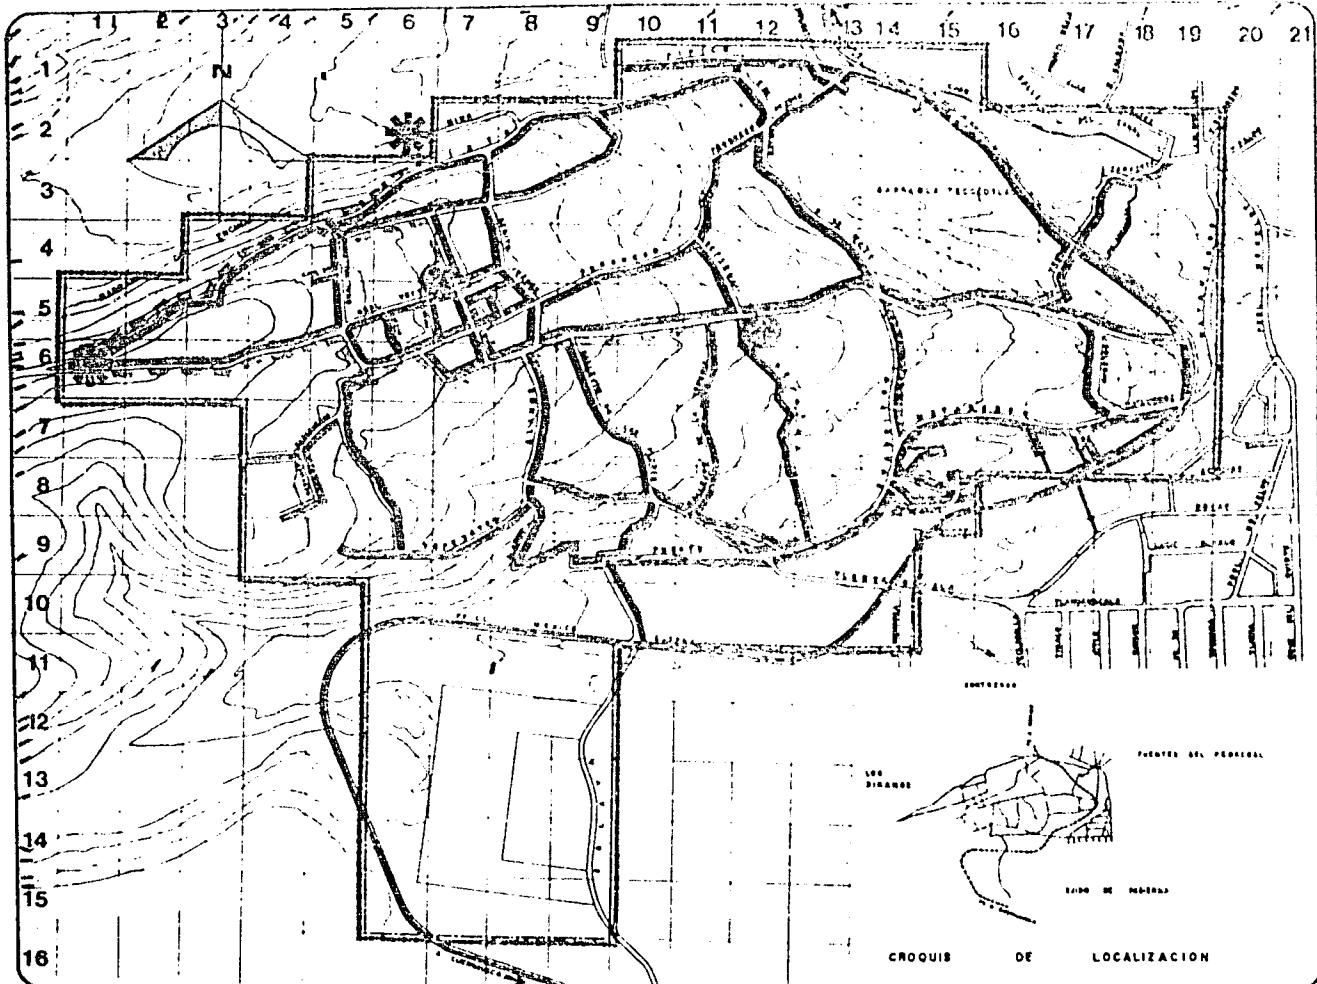

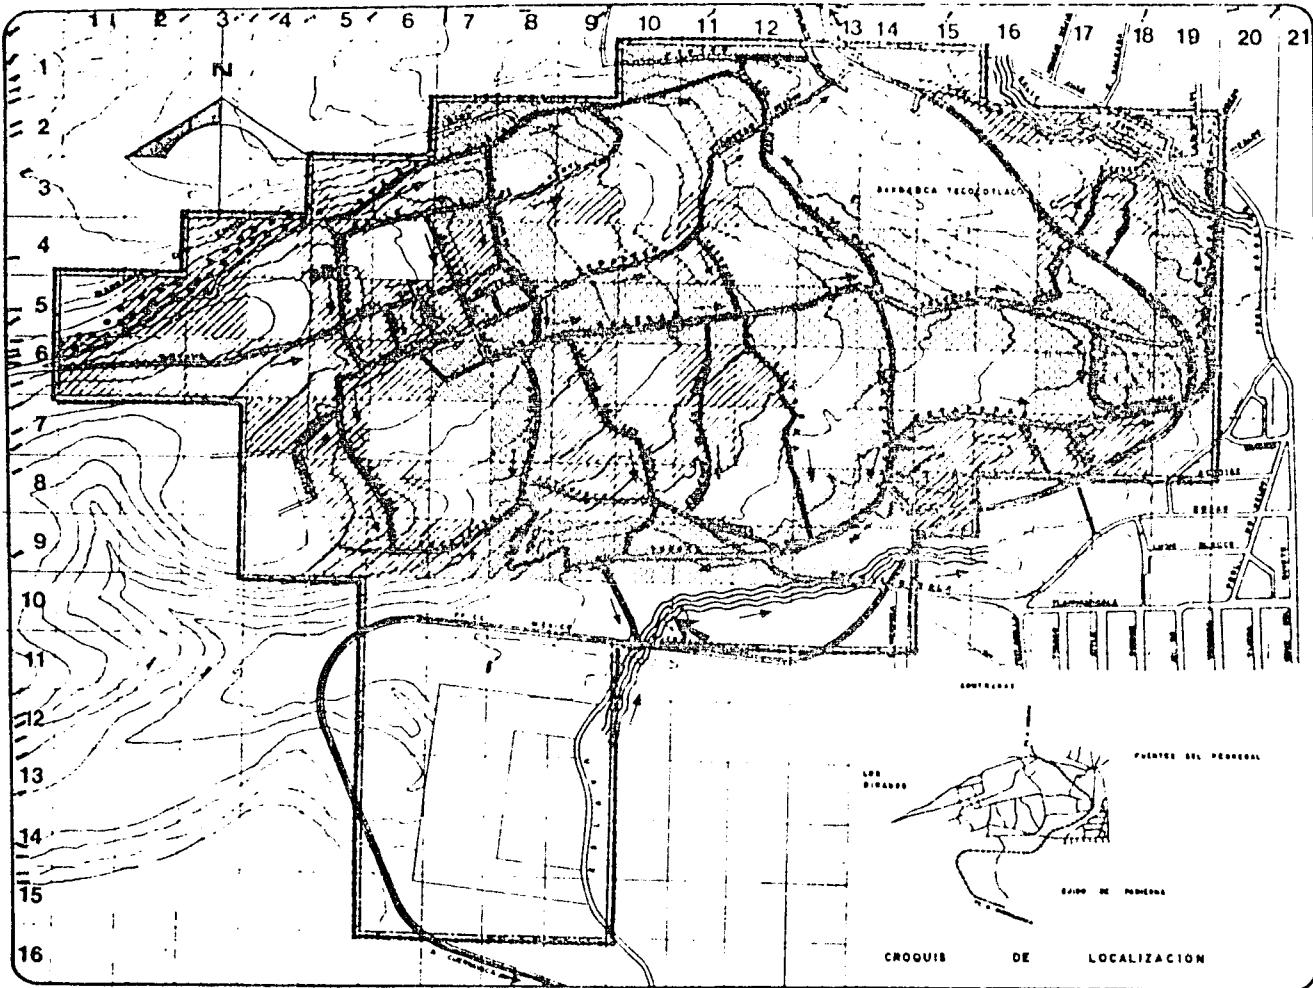

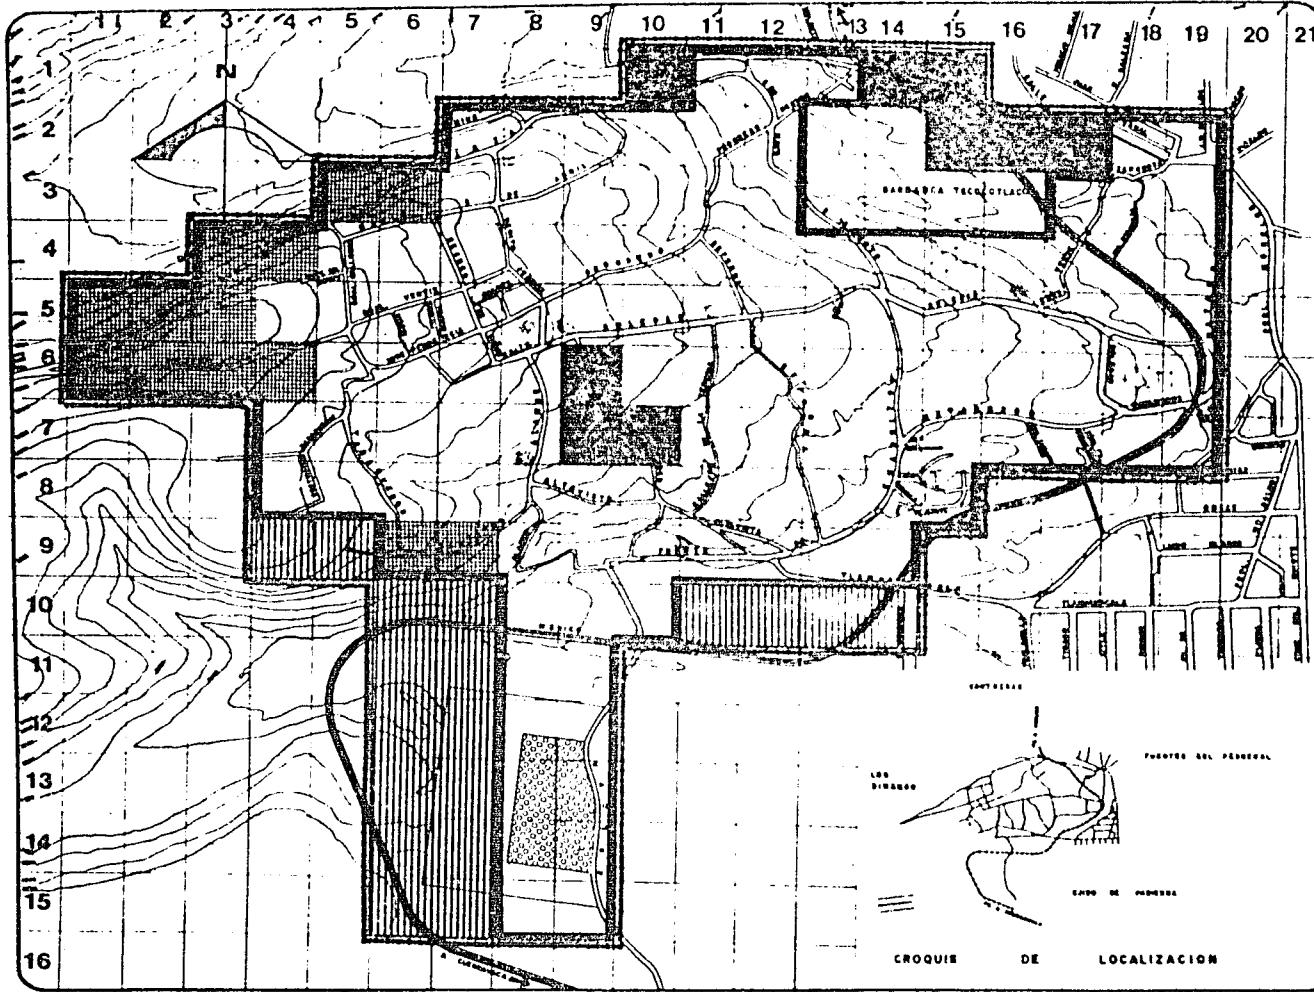

SAN NICOLAS



TOTOLAPAN

DE LA MAGDALENA COTERRES

plan de acción
urbano-arquitectónico

símbología

ZONA DE ESTUDIO 187 HAS
ALUMBRADO PÚBLICO
HAS %

■	ÁREA SERVIDA	187	80.9
■■■	ÁREA SIN SERVICIO	9	8.8
■■■■■	ÁREA DESHABITADA	16	11.5
□	TRANSFORMADOR DE 112.0 KW		
○	CFE.		

EN TODA LA ZONA HAY LAMPARAS DE LUZ MERCURIAL.

ENERGÍA ELÉCTRICA
TODA LA ZONA HABITACIONAL CUENTA CON ENERGÍA ELÉCTRICA.

PRONÓSTICO

EN ESTA ZONA QUE EL ALUMBRADO ES DEFICIENTE SE PROPONDERÁ MAS LAMPARAS, PARA UN MEJOR SERVICIO.
13 h 8.3%

tesla profesional

planeo ALUMBRADO PÚBLICO Y ENERGÍA ELÉCTRICA

escala: 1 : 40000


escala:

fecha:

OCTUBRE 1984

U facultad de arqui
N A M
autogobierno t-3



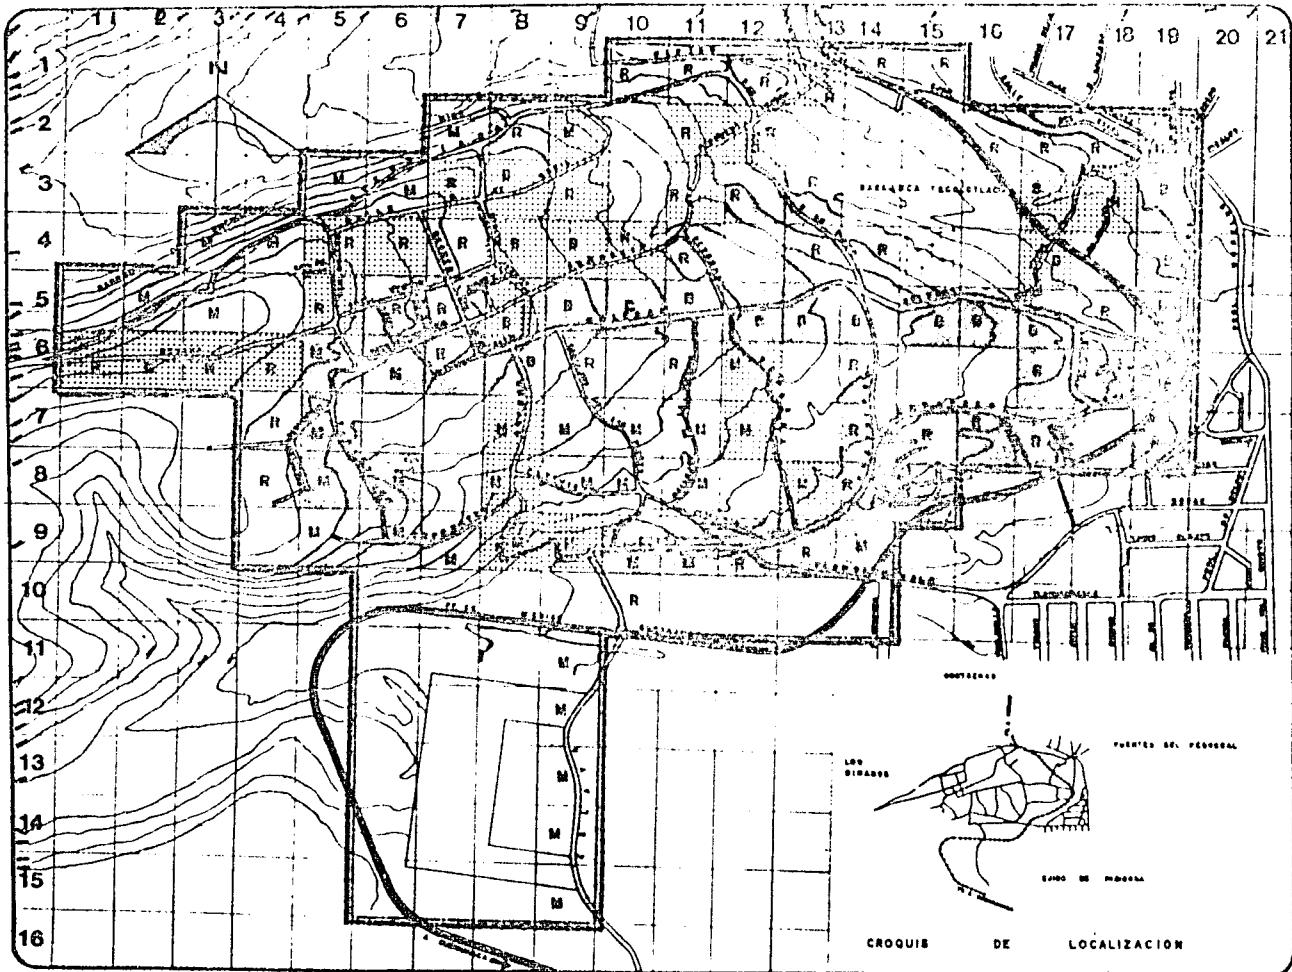

SAN NICOLÁS



TOTOLAPAN

DIRECCIÓN MUNICIPAL CONTENCIOS

PLAN DE ACCIÓN URBANO-ARQUITECTÓNICO

embobología

ZONA DE ESTUDIO 157 HAC

	ASFALTO
BUENO	22,152 m ²
REGULAR	24,196 m ²
MALO	6,720 m ²

	TERRACERIA
REGULAR	7,550 m ²
MALO	18,865 m ²

	PIEDRA
BUENO	4,260 m ²
REGULAR	8,863 m ²
MALO	8,495 m ²

tesis profesional

plano
PAVIMENTOS

DETALLE: 1:1000 Escala:

MIL

OCTUBRE 1984

Universidad de Oaxaca

SAN NICOLÁS TOTOLAPAN

NAM

autogobierno t-3

**TOTOLAPAN**

DE LA MARGALENA COCHETECA

plan de acción
urbano-arquitectónico**símbología**

ZONA DE ESTUDIO 187 Hectáreas

→ DIRECCIÓN SENTIDO

NUEVOS ANDADORES

1.1 CIRCULACIÓN PRIMARIA

180 m - 120 m - 180 m

2.2 CIRCULACIÓN SECUNDARIA

150 m - 90 m - 150 m

3.3 CIRCULACIÓN TERCIARIA

- 6.00 -

ANDADORES

120 m - 4 m - 400 m - 55 m

4.4

caños profesionales

plano:

VIALIDAD

escala: 1:10000

150 m - 100 m - 150 m



100 m - 150 m


OCTUBRE 1984

U facultad de arqul

N A M

automóviles 6-3

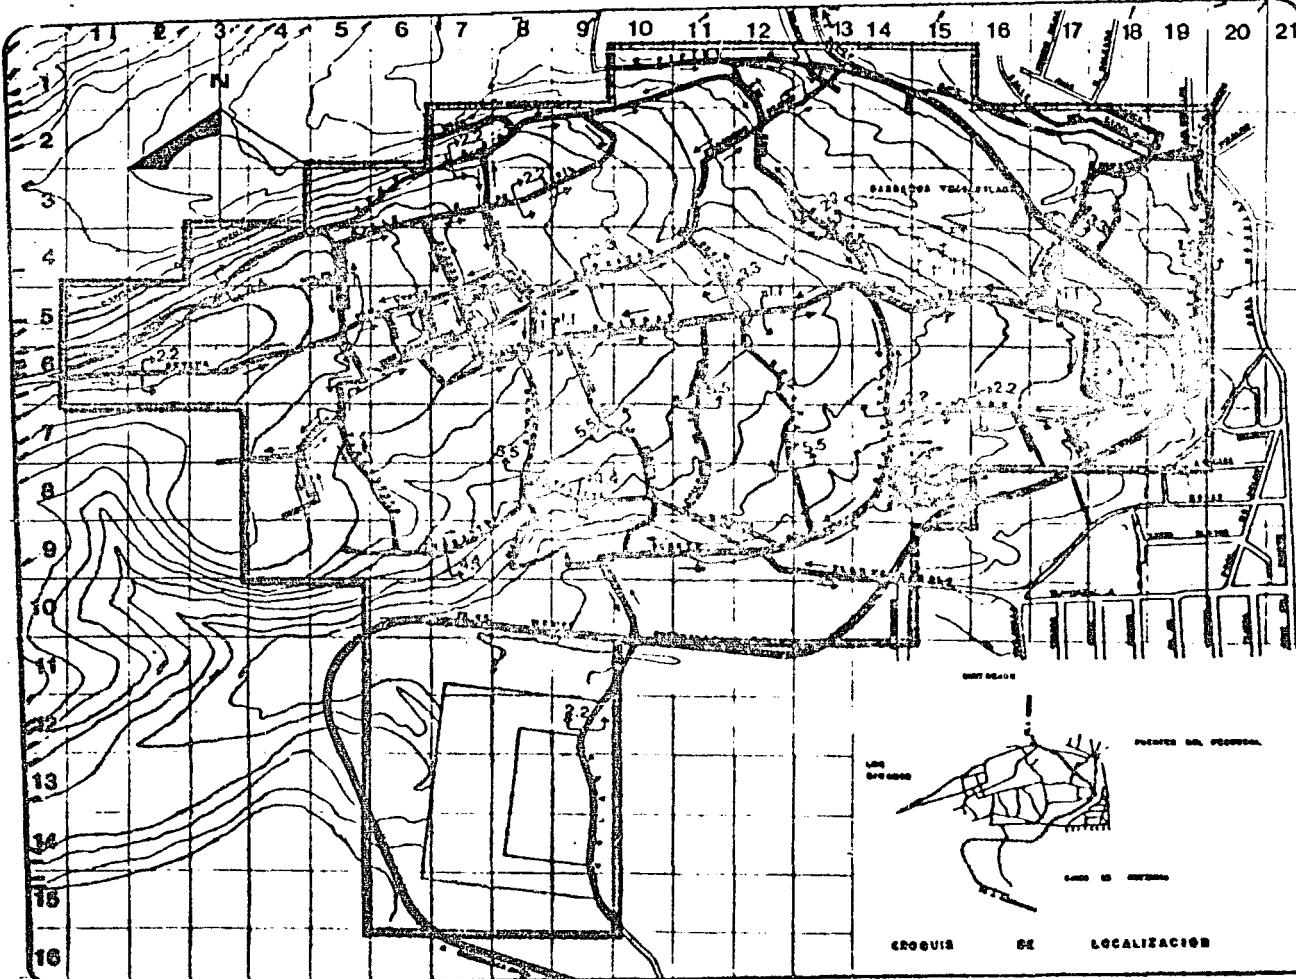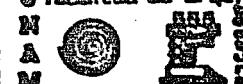

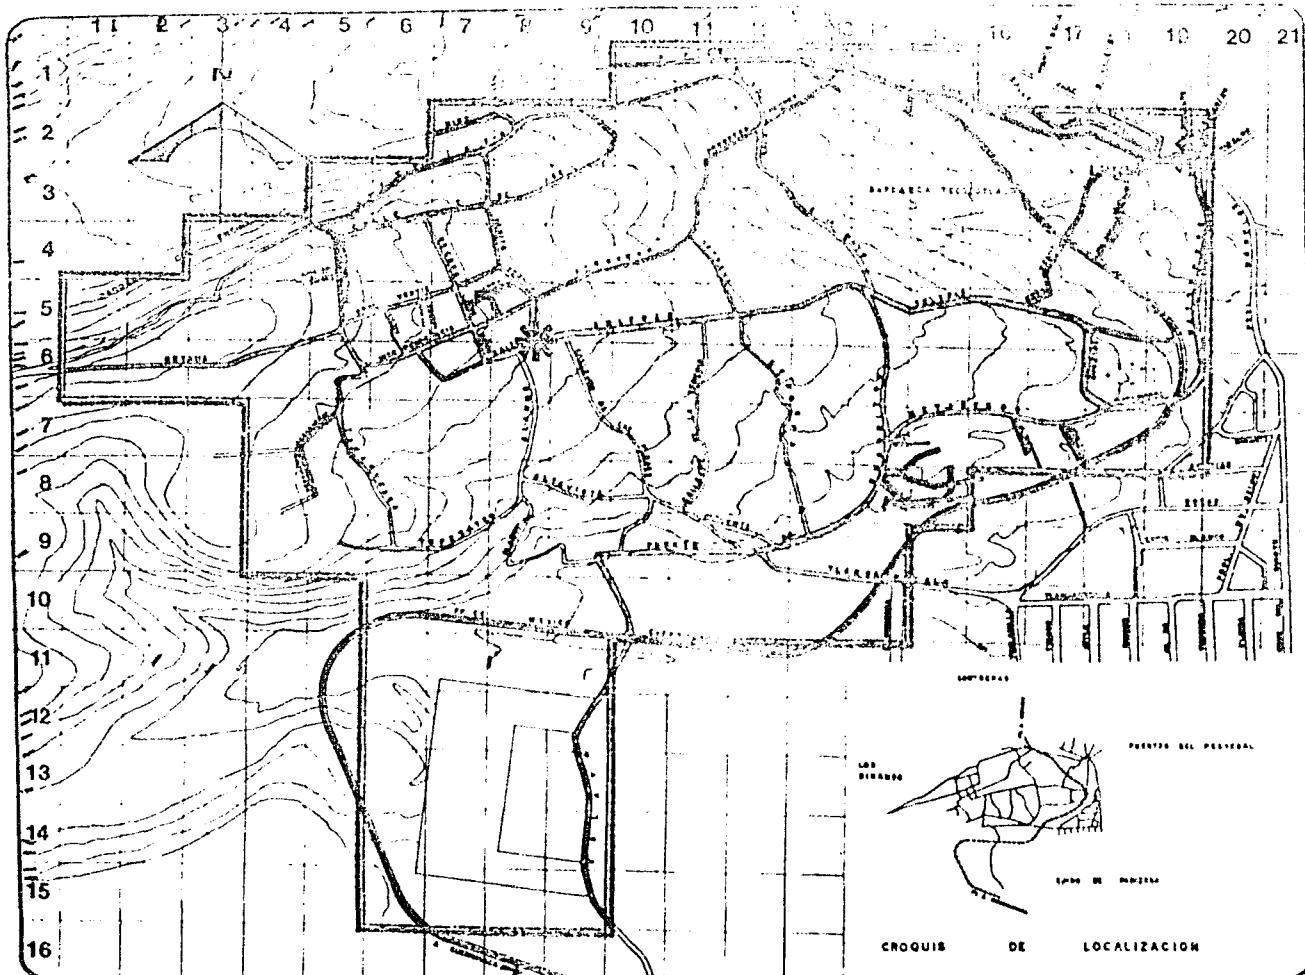

trazo profesional
 plano VIALIDADES PRINCIPALES
 escala 1:4,000 elevación
 Fecha OCTUBRE 1964
 Universidad de arquitectura
 NAM
 Autogobierno e-3

SAN NICOLAS



TOTOLAPAN

DIRECCION MUNICIPAL CONSTRUCCIONES
plan de desarrollo urbano-geocronológico

símbología

T I P O

AUTOBUSES URBANOS Y
COLECTIVOS.

R U T A S

AUTOBUS URBANO R-100
COLECTIVOS R-41 y R-68

B A R E

() AUTOBUS URBANO R-100
[] COLECTIVOS R-41 y R-68

□ CORRECTOR REGIONAL
Y MICRO REGIONAL

tesis profesional

plano:

TRANSPORTES

escala: 1:10000
10000
1000
100
10
1


fecha:

OCTUBRE 1984

U facultad de arqui-
N A M



autogobierno s-3

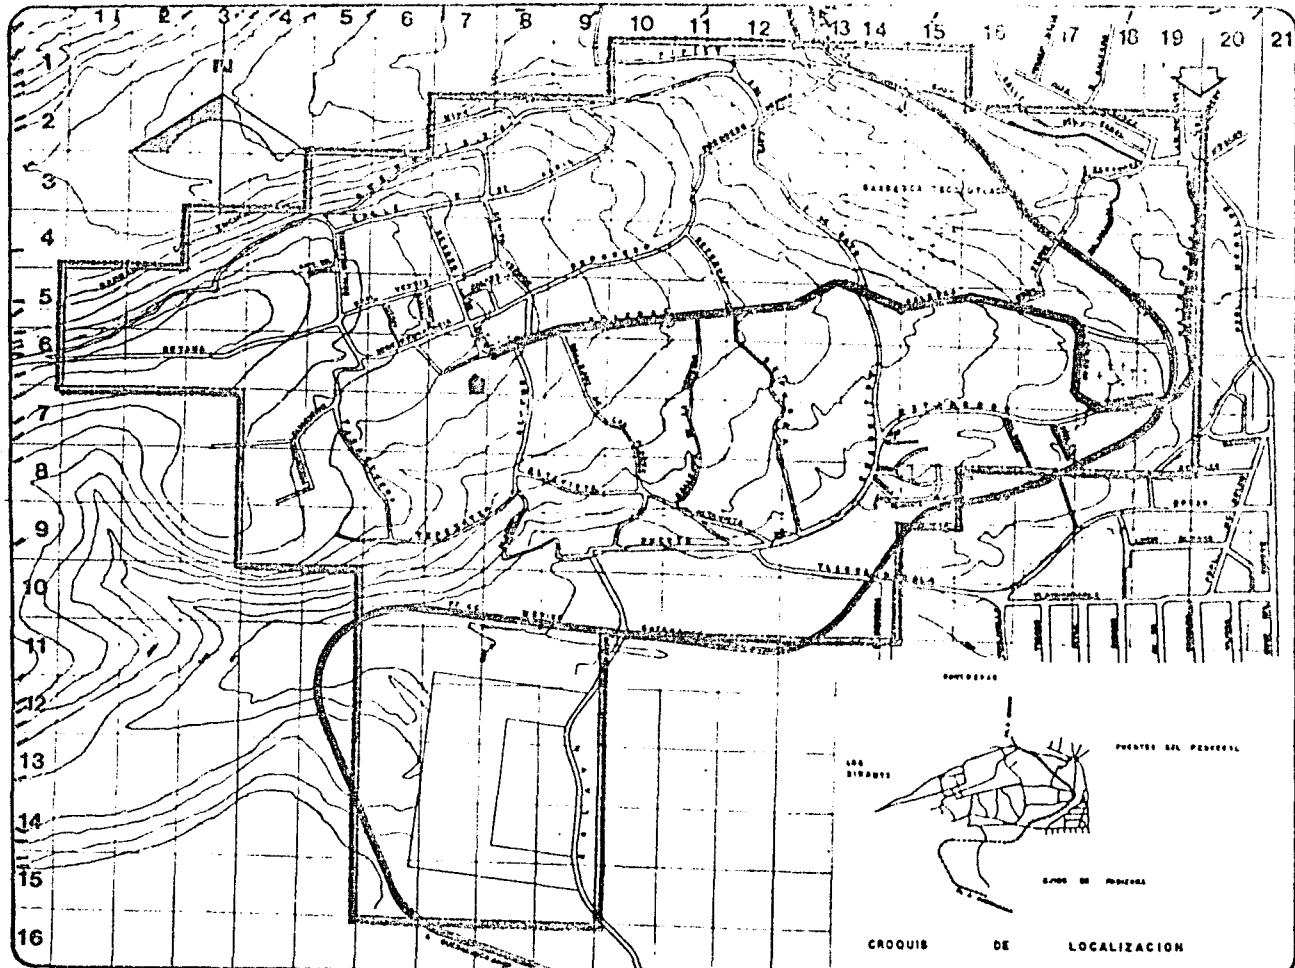



67.

PROPIUESTA ESTRUCTURA URBANA:EQUIPAMIENTO.

A parte de la del centro deportivo socio-cultural y -- mercado, que fueron demandas hechas por la comunidad, se detectaron otras, así como se confirmaron las primeras:

SALUD.

A plazo mediano 3 consultorios en dos turnos.

Corto, dos consultorios en dos turnos.

Largo, dos consultorios en dos turnos.

EDUCACION.

Un jardín de niños a plazo mediano, con una capacidad de nueve aulas en dos turnos.

Corto, uno con capacidad de 9 aulas en un turno.

Mediano, cubrir el déficit con la implantación de otro turno -



68.

de 9 aulas.

Largo, uno con doce aulas en un turno ó 6 aulas en dos turnos.

PRIMARIA.

A mediano, una escuela con nueve aulas en un turno.

A corto se satisface la demanda con la asistencia en turno -- vespertino en la que se requiere a plazo mediano.

A mediano, una con trece aulas en dos turnos.

A largo, una con capacidad de dieciocho aulas en dos turnos.

ABASTO.


El mercado contará con ciento cuarenta puestos, considerado a corto plazo.

tesis profesional

Universidad de arqui

N
A
M

autogobierno t-3

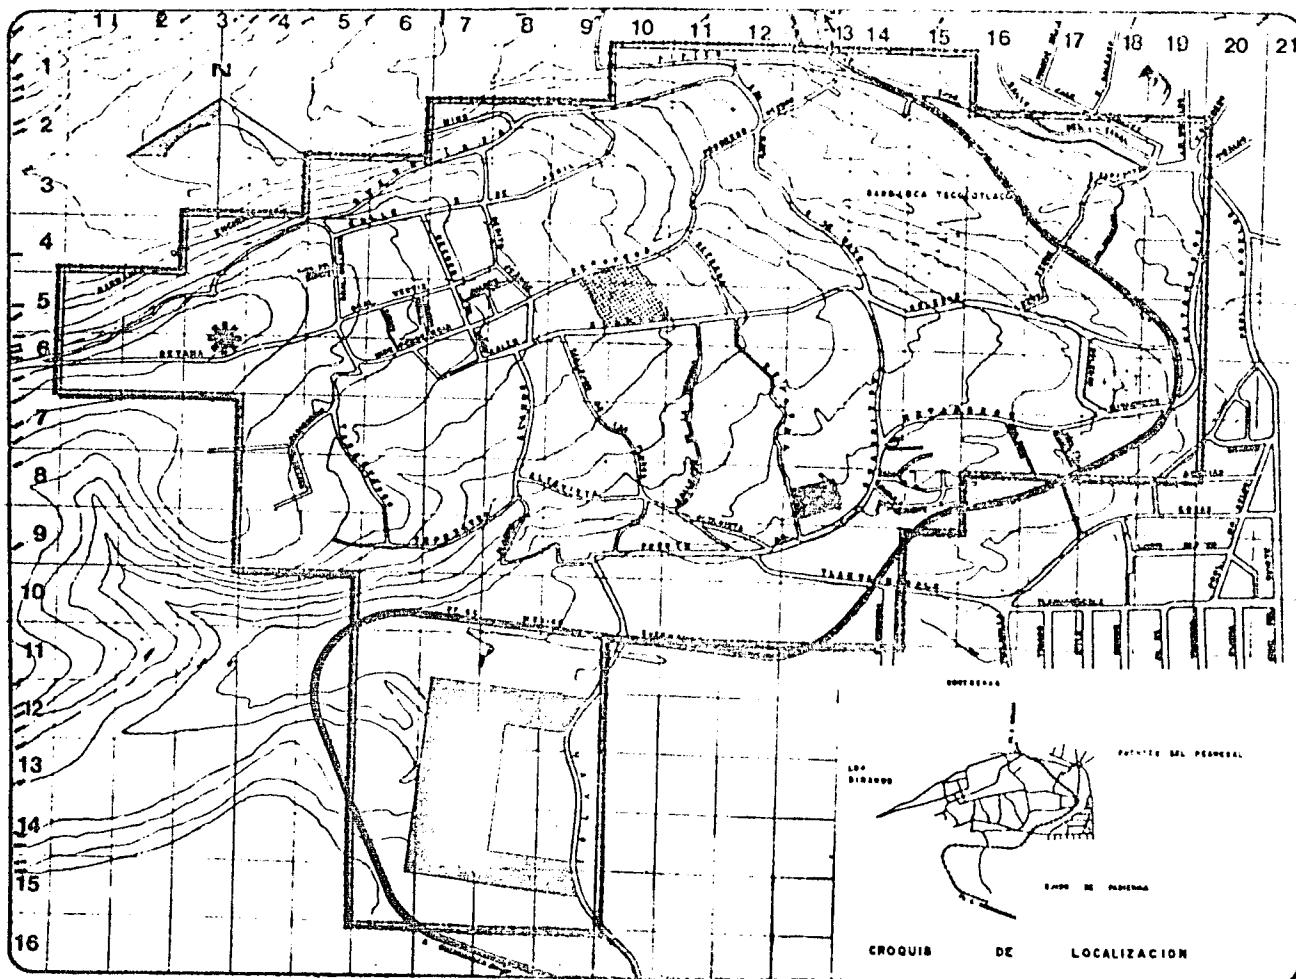

SAN NICOLAS



TOTOLAPAN

MIL LA MERCADERIA CONTRERAS

plan de acción
urbano-arquitectónico

Simbología
ZONA DE ESTUDIO 137 HAS.
PORL. ACTUAL 15000 HBS.

MERCADO
ETAPA PUESTOS PLAZO AÑO
1 140 CORTO 1988
2 48 MEDIO 1994
3 64 LARGO 2000

DEPORTIVO
PLAZO PORL. SUP. SUP.
SER. T. C
C.P. R.R.G. D. U. A. L
M.P.
L.P. 17GR9 17000 539 M2

PRE-PRELIMINARIA
C.P. ESCUELA DE 6 AULAS
EN UN TURNO
M.P.

CENTRO DE SALUD
C.P. 3 CONSULTORIOS EN 2 TURNOS
M.P. 2 CONSULTORIOS EN 2 TURNOS
L.P. 2 CONSULTORIOS EN 2 TURNOS
costo profesional

plano: PROPUESTAS DE EQUIPAMIENTO

Mercado	11 000	Enero
Deportivo	10 000	Febrero
Centro de Salud	10 000	Marzo

Fecha:

OCTUBRE 1984

U facultad de arqui
N A
A M




autogobierno e.s.p.



EQUIPAMIENTO URBANO, INVENTARIO.



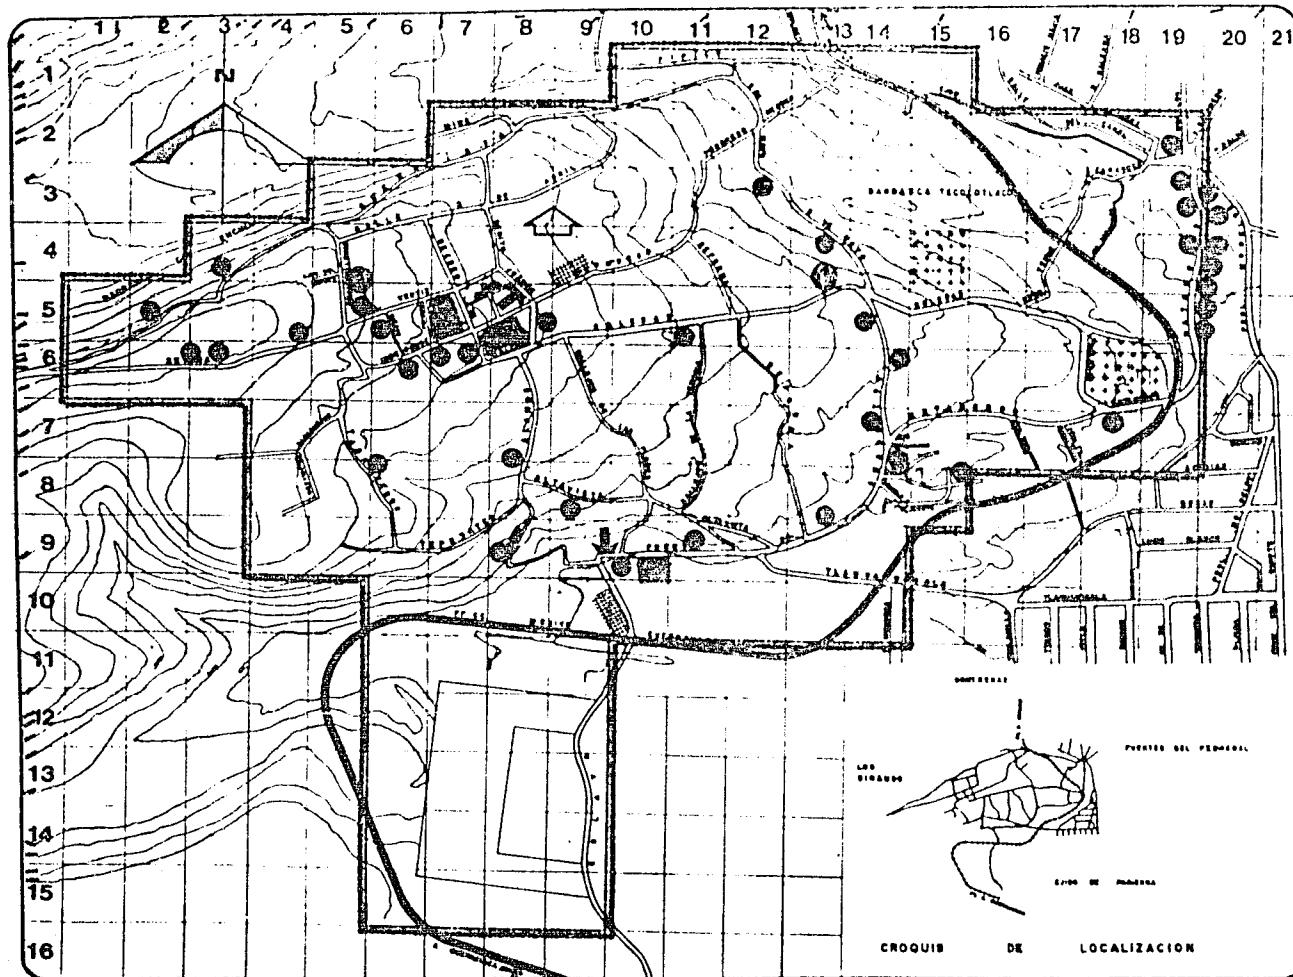

SAN NICOLAS



TOTOLAPAN

DELE LA MAGDALENA CONTRERAS
plan de socio
urbano-arquitectónico

simbología

ZONA DE ESTUDIO 187 HAS.
CONERCIO (en desarrollo)

CENTRO DE SALUD

CONSULTORIO PART.

JARDIN DE NIÑOS

ESC. PRIMARIA

ESC. SECUNDARIA

BIBLIOTECA

IGLESIA

PANTEON (esta regional)

ESTACION DE POLICIA

(esta regional)

LAVADEROS PÚBLICOS

tecnia profesional

plano:
EQUIPAMIENTO

escala: 1:4000 elevac.

R.D. 1984

1984


OCTUBRE 1984

U facultad de arqui

N A M

autogobierno e-3



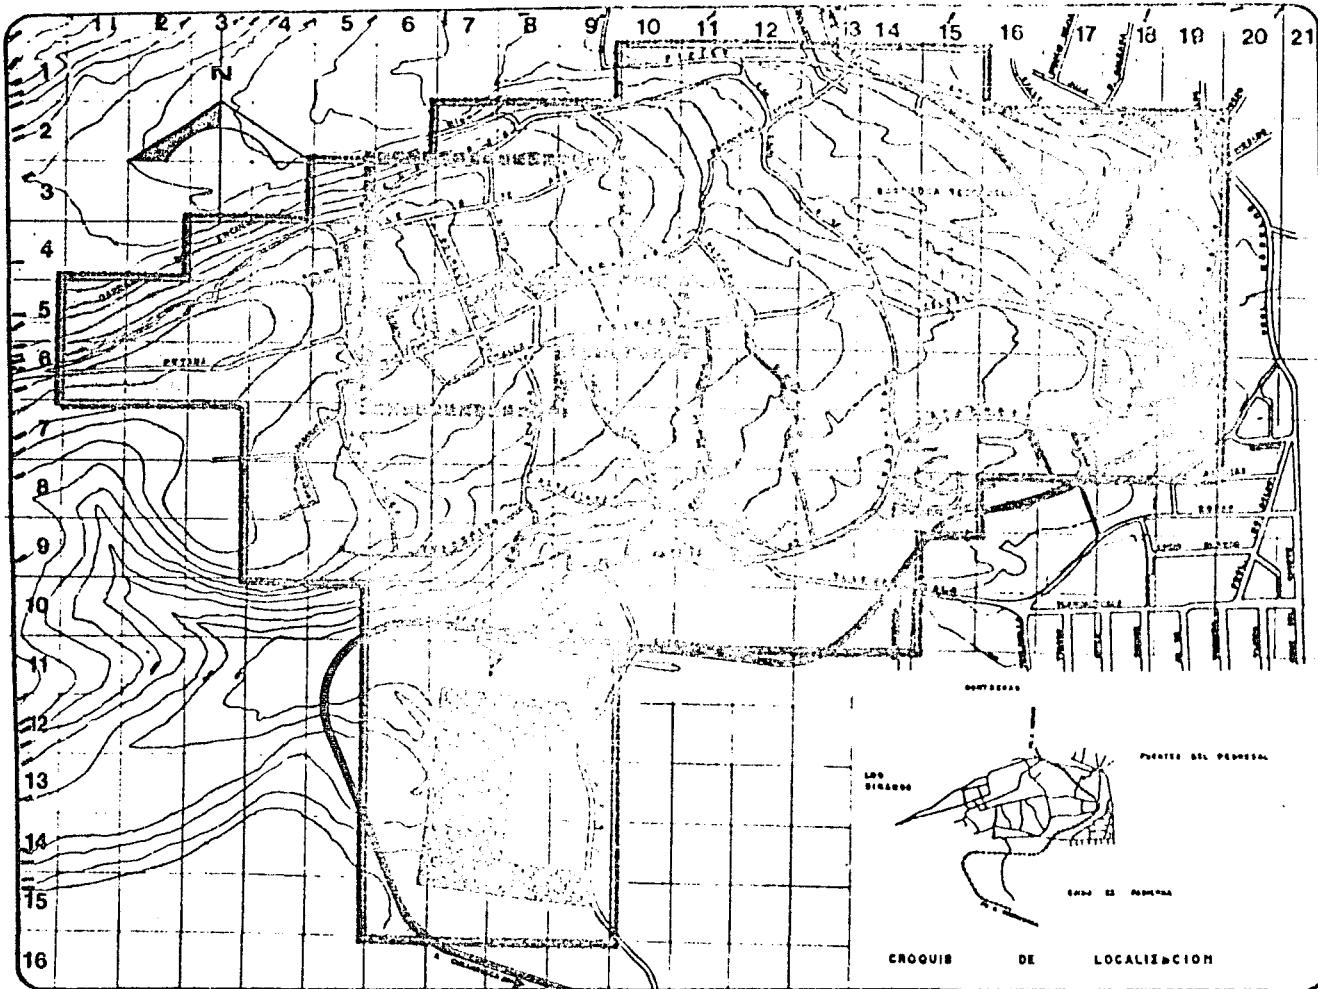



SAN NICOLAS

TOTOLAPAN

DELE LA MARQUELA CONTRERAS

plan de acción
urbano-arquitectónico

simbología

ZONA DE ESTUDIO 157 HAS.

- MISCELLANEOUS
- CARNICERIAS
- RECAUDERIAS
- EXPENDIO DE PAN
- FARMACIA
- CENTRO COMERCIAL
- TORTILLERIA
- MATERIAL ELECTRICO
- TLAPALERIA
- MATERIAL DE CONST.
- TAPIERIA

tecla profesional

plano:

COMERCIO

escala 1:4000 clase:

fecha:


OCTUBRE 1984

U facultad de arqui-

N
A
M



autogobierno t-3

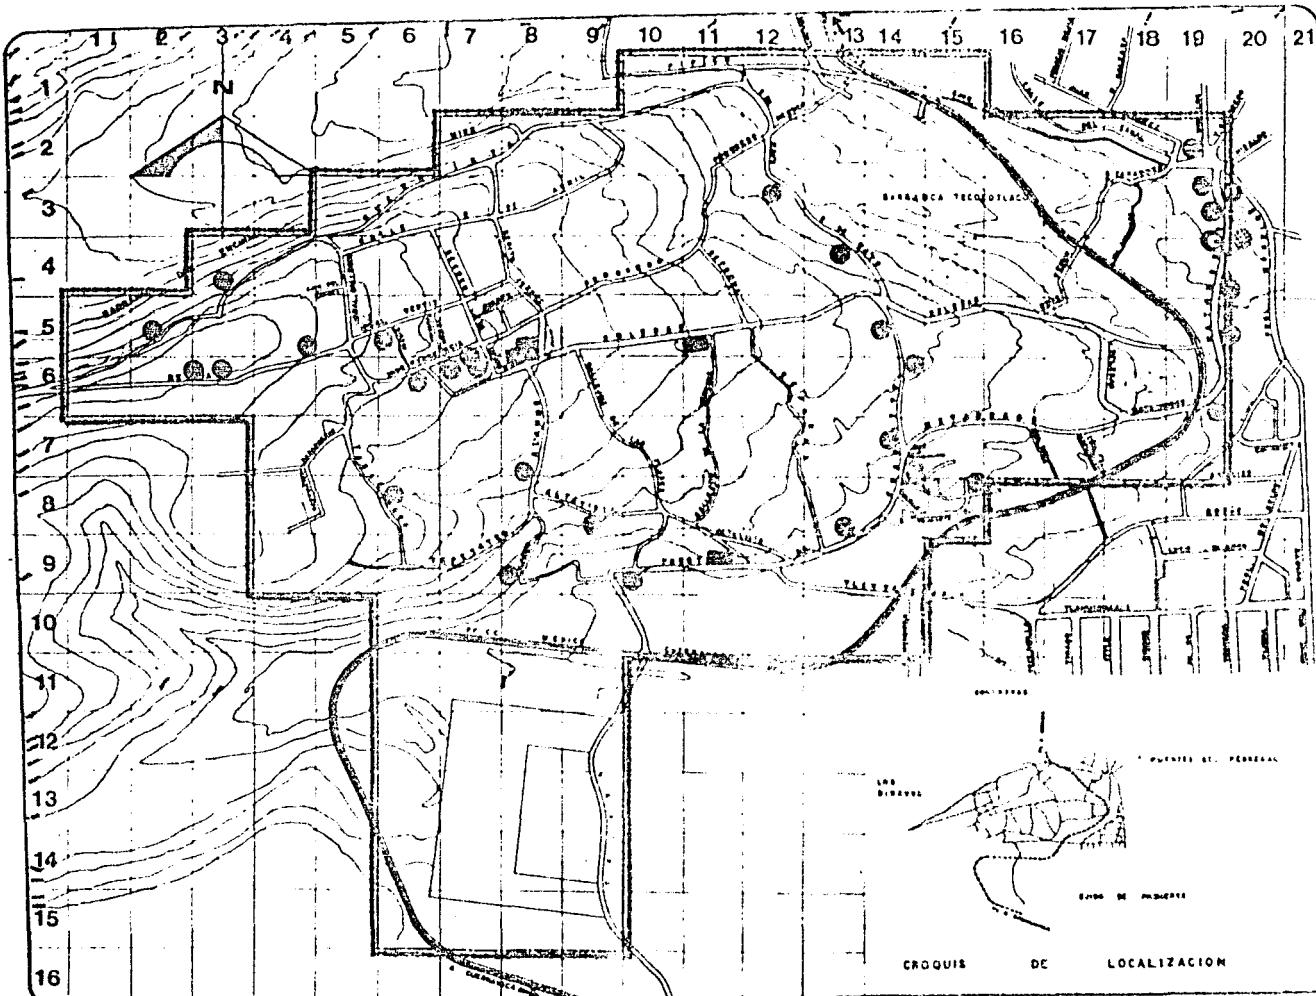

SAN NICOLAS



TOTOLAPAN

DELR. LA MAGDALENA CONTRERAS
plan de desarrollo
urbano-erquitectónico

simbología

ZONA DE ESTUDIO 167 HAB

CENTRO COMUNITARIO DE
SALUD (C.S.A.)
CUENTA CON 3 CUBICULOS
PARA CONSULTA EXTERNA

ZONA DE INFLUENCIA
25 HAB. 15.0 %
3,105 HAB.

tecnico profesional

plano:
S A L U D

escala: 1: 4000
100 mts


fecha:

OCTUBRE 1984

U facultad de arqul

N A M

autogobierno t-3

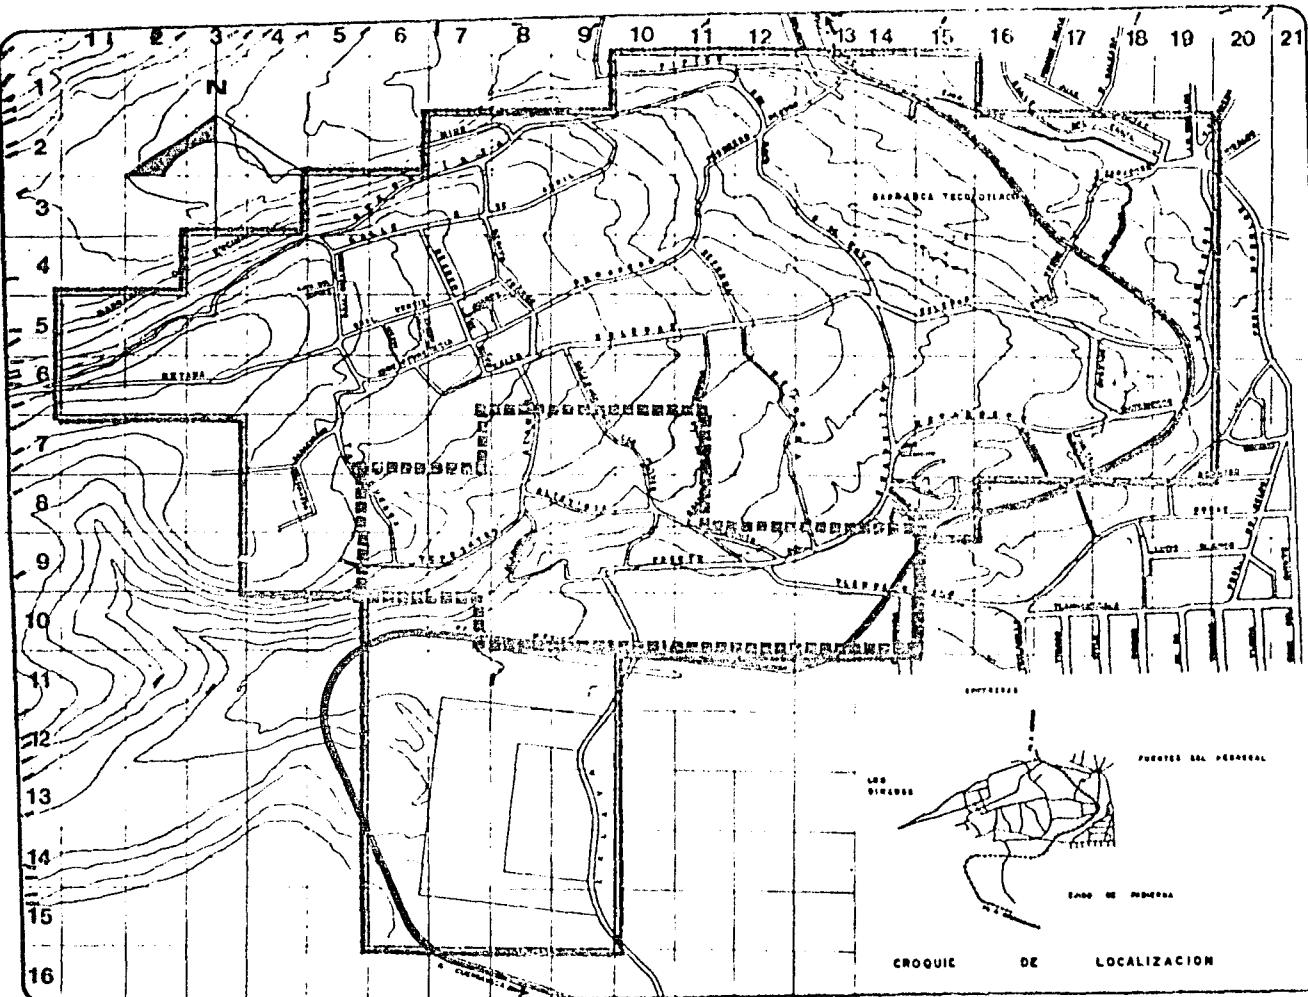

SAN NICOLAS



TOTOLAPAN

MIGUEL LA MAGDALENA CONTRERAS

plan de acción
urbano-arquitectónico

simbología

NO NO CAPACIDAD
AULAS

● JARDIN DE NIÑOS
I 6 380

PRIMARIA

I 6 300 UN TURNO
I 21 645 POR TURNO

SECUNDARIA

I II 1102 TALLER
POR TURNO Y
CAPACITACION TÉCNICA
PARA 26 ALUMNOS EN
UN AÑO


▷ BIBLIOTECA

tesis profesional

plano:

EDUCACIÓN Y CULTURA

escala: 1 : 6000 elev:

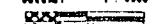

fecha:

OCTUBRE 1984

U facultad de arqui

N


A

M

autogobierno c-3




CROQUIS DE LOCALIZACIÓN

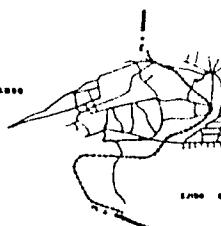

CROQUIS

DE

LOCALIZACIÓN

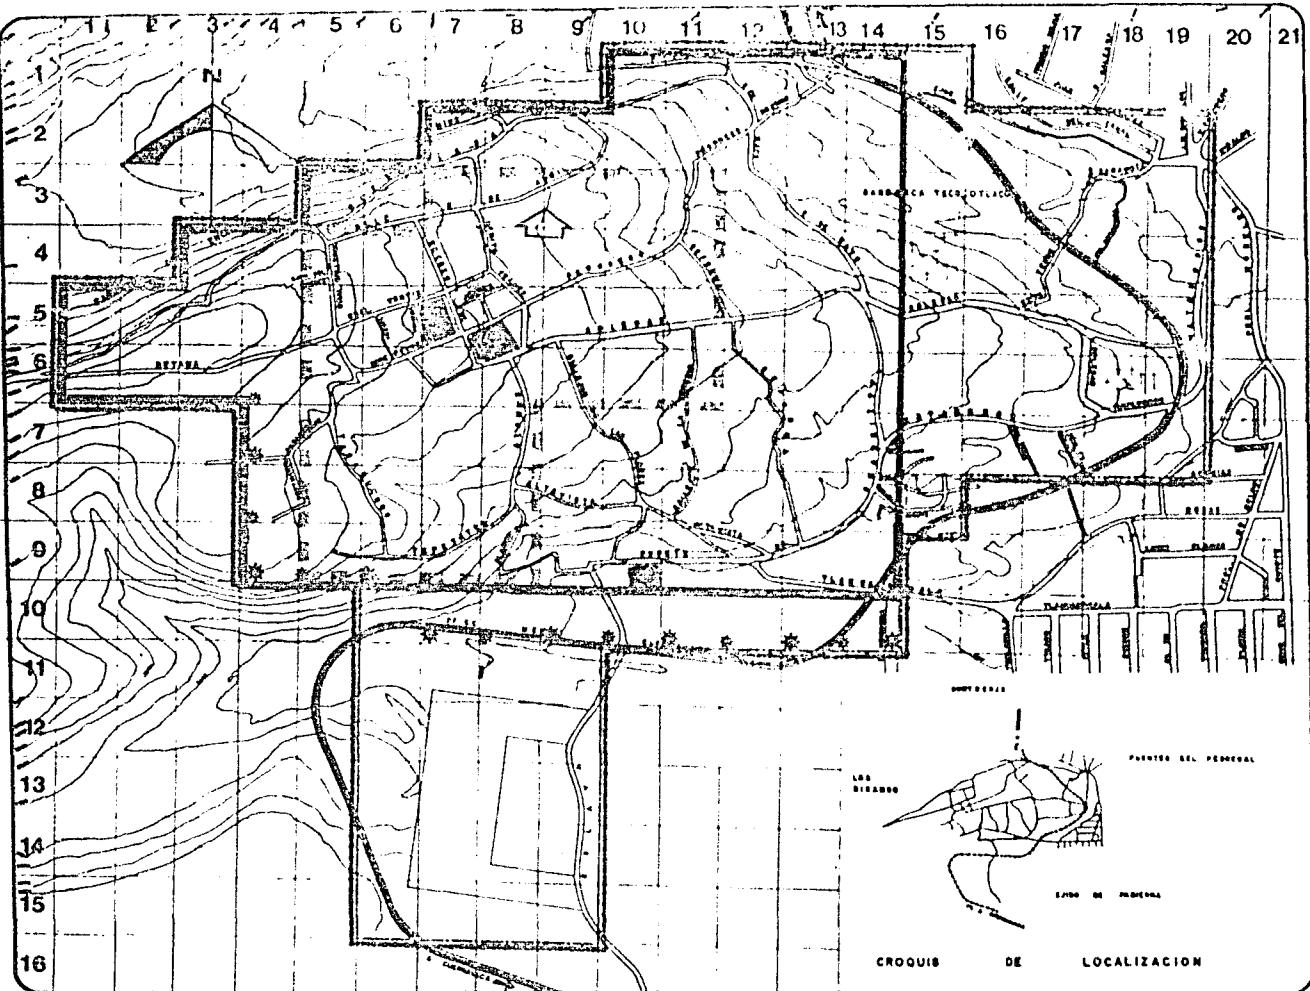

SAN NICOLAS



TOTOLAPAN

BELLA LA MAGDALENA CONTRERAS
plan de aszon
urbano-erquitectonico

simbología

ZONA DE ESTUDIO 157 HAB
Nº N° AULAS CAP ALUMNO
EDO JARDIN DE NIÑOS:
6 389

PRIMARIA:
1A 6 300 UN TURNO
1B 21 645 POR TURNO

SECUNDARIA:
11 6 581 POR TURNO
6 TALLERES
CAPACITACION TECNICA:
1 26 POR AÑO

BIBLIOTECA

ZONAS SERVIDAS

JARDIN DE NIÑOS

PRIMARIA:
SECUNDARIA: LA CAPACIDAD
QUE ESTA TIENE REBASA A
LA POBLACION ESCOLAR QUE
ATIENDE ACTUALMENTE EN
ESTA ZONA.

BIBLIOTECA: ES SUFFICIENTE
PARA ESTA POBLACION.

tecnia profesional

plano:
EDUCACION Y CULTURA



escala: 1:40000

fechas:

OCTUBRE 1964

U facultad de arqui

N
A
M
autogobierno t-3

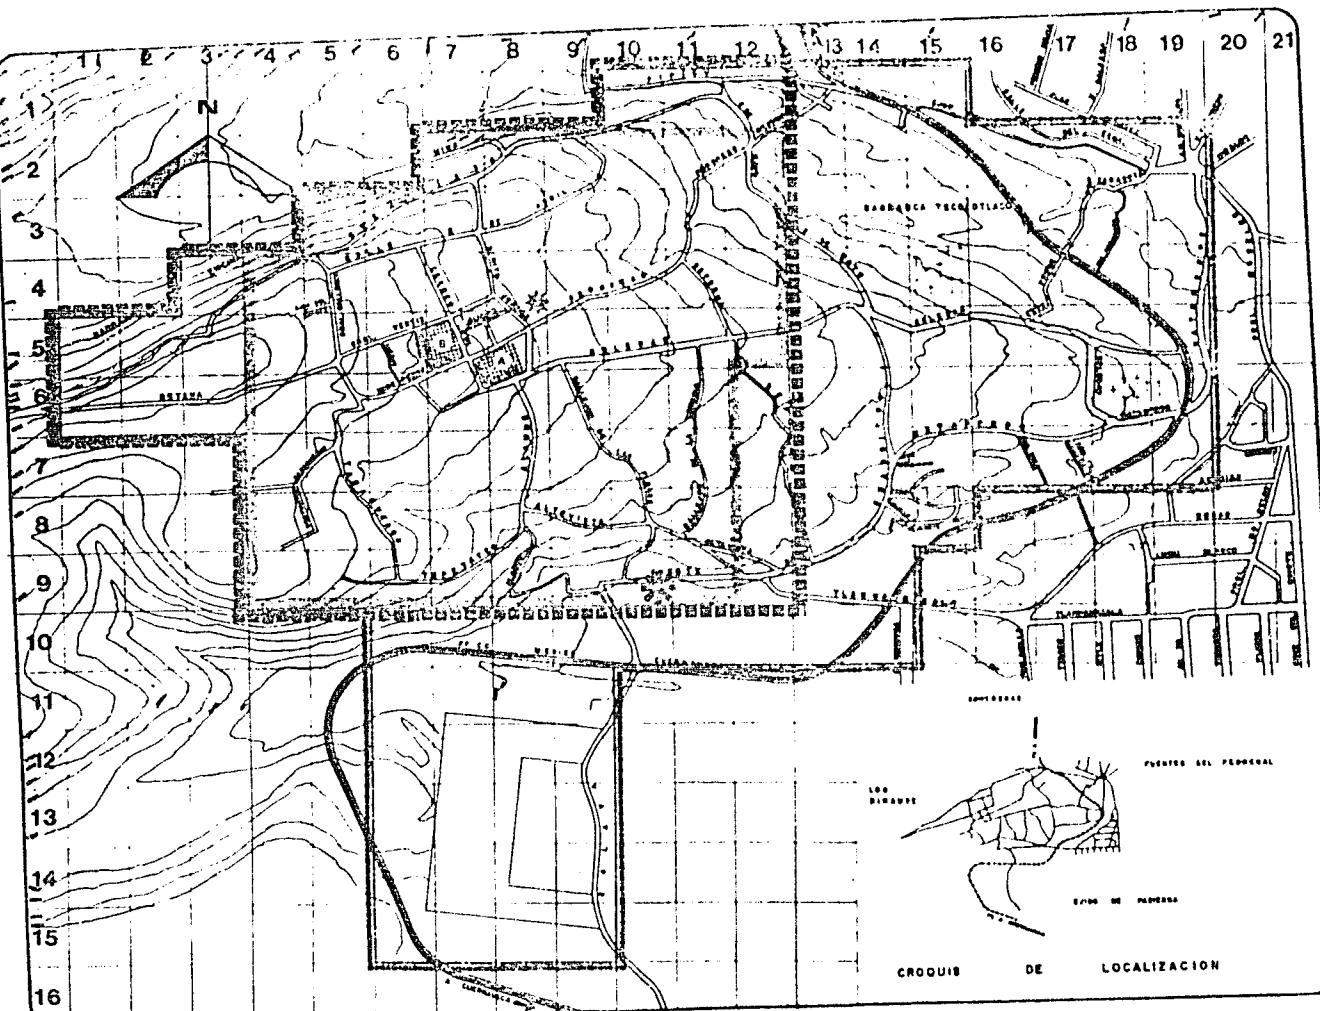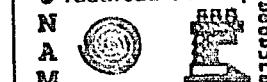



PROPIUESTA ESTRUCTURA URBANA:

DRENAJE.

Entubar el río Eslava, que en la actualidad es de --- aguas negras (a la altura de Puente de Cuadritos y Tlahuamacalla) también el sector de la calle Buenavista que a través de la barranca descargan al río Magdalena.

VIALIDAD.

Trazo de conectores regionales por las calles de Pipíco y Molinito, ya que el existente (Soledad) provoca un largo-recorrido y presenta conflictos en el entronque con prolongación Morelos y en el cruce del ferrocarril.

Pavimentación de las calles Buenavista, Tabaqueros, -Tepetates, Alamos, Puente de Cuadritos, un tramo de Matamoros- y otro de Soledad y en su totalidad el área de tendido de la vía del ferrocarril México-Cuernavaca, que limita al pueblo --por el sur y el este, la construcción de banquetas y guarniciones, así como el mejoramiento del pavimento existente y empedrados.





PROPIUESTA ESTRUCTURA URBANA

USO DEL SUELO.

Es conveniente especificar que los terrenos tienen -- uso cambiante, de acuerdo con el paso del tiempo, y serán objeto de formar parte de algún plan de las autoridades municipales y estatales. Es necesaria su revisión de existir en cualquiera de sus escalas o sea, los diferentes planes, reglamentos y leyes. Determinando la aptitud o potencial que posee la región, tomando en cuenta sus cualidades físicas, se establecen las áreas óptimas según el criterio de vocación de uso del suelo:

Para habitación y servicios.- Toda la zona urbana.

Recreación intensiva.- Toda la parte sur.

Conservación.- La zona ejidal y la de amortiguamiento.





SELECCION DE TEMA

Siendo uno de los problemas más importantes el relativo a la integración social, como base de las acciones que permitan una superación tanto de los individuos como de la comunidad, se plantean dentro de los múltiples aspectos por desarrollar, la actividad deportiva y cultural, como factor potencial contribuyente a tal propósito.

Es así como a través del fomento del deporte y la capacición en niños y adultos, se sugiere la creación de un -- centro deportivo socio-cultural en la zona sur del pueblo, considerando los siguientes factores:

1.- La atención deportiva actual acoge más o menos un tercio del potencial.

2.- El deporte diario de niños y adultos se puede solucionar mejorando las instalaciones existentes y creando otros espacios.

3.- No existe un plan de desarrollo del deporte con sus respectivos programas.

TOTOLAPAN
DELEG. LA MARGALENA CONTRERAS
plan de acción
urbano-arquitectónico

tesis profesional
U facultad de arqui
N A E
autogobierno t-3

4.- Los centros de práctica deportiva localizados en las colonias circunvecinas (Padilla, La Cruz, Barranca Seca, - La Concepción) sólo cuentan con dos canchas para futbol; por lo mismo quien desee una mayor participación social y cultural se ve en la necesidad de acudir a la Casa Popular.

Ubicación del terreno para el proyecto.- Se localiza en la zona sur del poblado, aproximadamente a 700 metros del centro del mismo; se escogió por ser propiedad federal en donde ya se practica el futbol (4 canchas) por otra parte las características topográficas fueron un factor decisivo en la elección, ya que su pendiente es mínima en comparación con lo accidentado del resto de la localidad; adaptándose a los requerimientos del proyecto.




tesis profesional

U facultad de arqui

N
A
M



autogobierno t-3

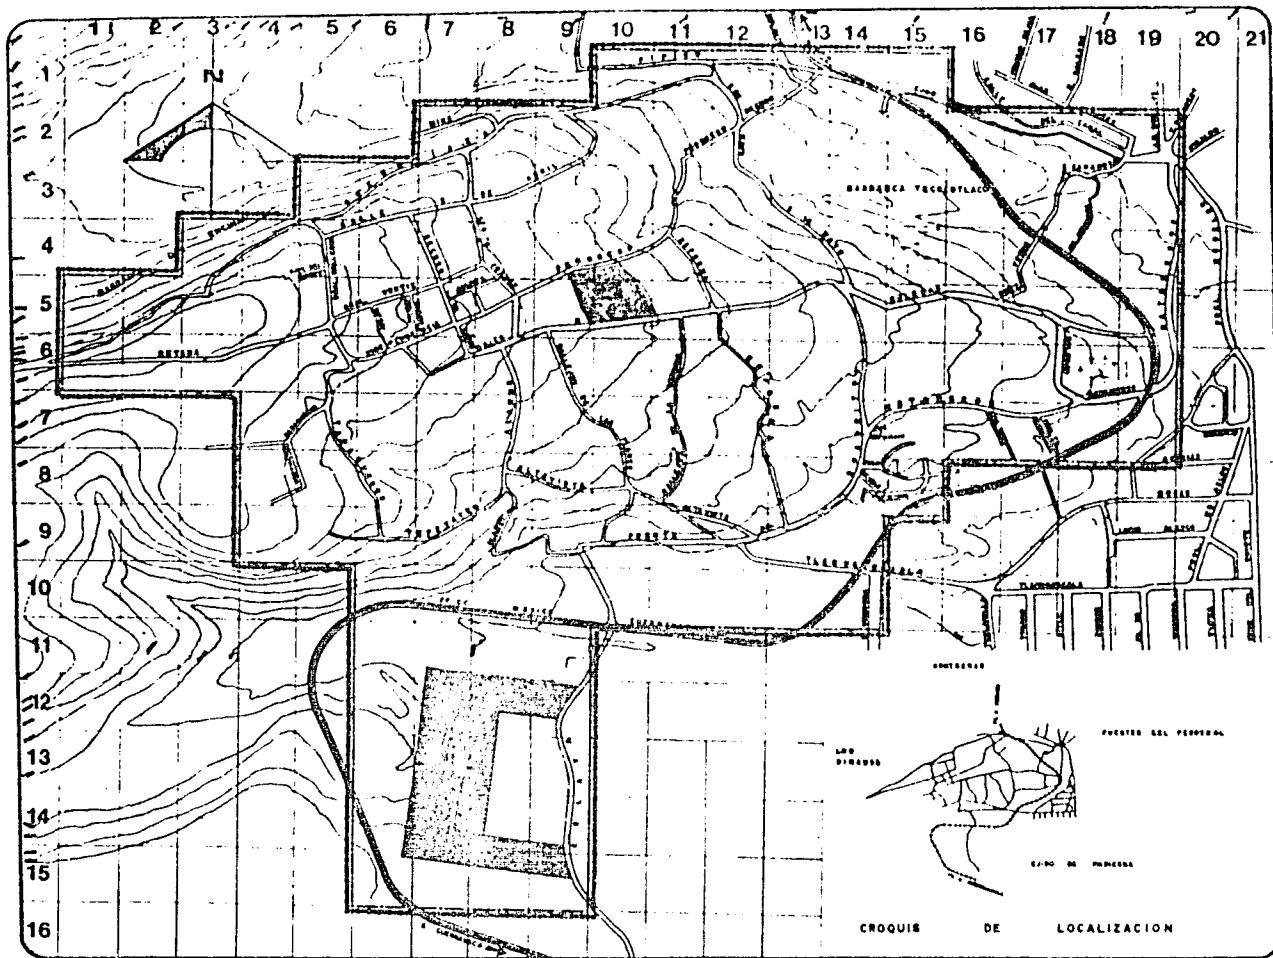

SAN NICOLAS



TOTOLAPAN

MILICIA MAGDALENA CONTRERAS

plan de ordenamiento urbano-arquitectónico

simbología

ZONE DE ESTUDIO 157 HAS

ZONE DE TRABAJO

TERRENO PROP PARA MERCADO 100 HAS.

TERRENO PROP PARA CENTRO DEPORTIVO SOCIOCULTURAL 580 HAS.

tesis profesional

plano:

ZONAS DE TRABAJO

escala: 1:5000 elevac:

fecha:

OCTUBRE 1984

UNIVERSIDAD NACIONAL AUTONOMA DE MEXICO

Autogobierno U.N.A.M.





ANALISIS DEL TEMA.

La sugerencia de la creación de un centro socio-cultural haciendo eco a la petición de los habitantes de la localidad; visualiza la necesidad que hay que ofrecer tanto a la niñez como a la juventud una gama amplia de actividades que ensanchen su visión y conocimientos, al proporcionarles objetivos para contrarrestar el deterioro de que son objeto.

Una institución que induzca a la población hacia el desarrollo de actividades físicas, de esparcimiento y culturales, que puedan manifestar una característica del lugar. La convivencia puede resultar un factor determinante para el desarrollo de la población; por lo tanto resulta necesario el contacto y cambio de impresiones entre las distintas personas. El desarrollo cultural de toda la población se refleja en su capacidad de cambio y adaptación a la vida cotidiana y contemporánea; al no encontrarse estos estímulos, el nivel de la población es bajo en cuanto a la superación personal.

En el orden social se pretende la creación de un lugar en el cual todos los habitantes tengan cabida y participa-

tesis profesional

U facultad de arqui

N

A

M

autogobierno t-3



ción; esto genera la necesidad de espacios que favorezcan la comunicación entre ellos, manifestando sus inquietudes.

La identificación del centro como propio es importante para generar la aceptación y el uso intensivo y adecuado -- del mismo. Se trata de fomentar el interés por las diferentes manifestaciones de aprendizaje y capacitación a las que actualmente tienen difícil acceso, lo que se manifestará en mejoras económicas una vez capacitados.

SAN NICOLAS



TOTOLAPAN

MARIA LA MAGDALENA CONTRERAS

plan de acción
urbano-arquitectónicos

ESTUDIOS
PROYECTOS
CONSTRUCCIONES

tecnología profesional

U facultad de arquitectura

NAM autogobierno

M autogobierno t-3



EL PROYECTO.

ADMINISTRACION.

	M ² .	orientacion.	iluminación.
Privado director y sala de juntas.	25.00	sureste.	poniente.
Privado administrador.	15.00	sureste.	poniente.
Privado administrador deportes.	12.00	noreste.	poniente.
Privado coordinación social.	12.00	noroeste.	oriente.
Privado coordinador cultural.	12.00	sureste.	poniente.
Zona secretarías y sala de espera.	45.00	sureste.	sureste.
Bodega.	18.00	norte.	
Sanitarios.	24.00	noroeste.	oeste.
Circulaciones.	30.00		

BIBLIOTECA.

Sala de lectura.	138.00	norte sur.	indirecta.
Artes manuales	75.00	norte.	noroeste.
Barra de atención y fotocopiado.	20.00	norte.	sureste.
Privado bibliotecario.	12.00	noreste.	sur.
Circulaciones.	25.00		sureste.
Sanitarios.	6.00	sur.	sureste.

SAN NICOLAS



TOTOLAPAN

MEJORAR LA MARGINALIDAD CONTINUA
plan de acción
urbano-arquitectónico

tesis profesional

U facultad de arqui

N
A
M

autogobierno t-3

BAN NICOLAS



TOTOLAPAN

DIFER LA MAGDALENA CONTRERAS

plan de sección
urbano-arquitectónico

85.

SALON DE USOS MULTIPLES.

	M ² .	orientación.	iluminación.
Sala de usos múltiples.	270.00	sureste.	oriente.
Terraza.	48.00	sureste.	cenital.
Cocineta y barra de atención.	30.00	noroeste.	sur.
Patio de servicio.	15.00	noroeste.	cenital.
Bodega.	30.00	sur.	artificial.
Tocador.	12.00	sur.	indirecta.
Sanitarios.	56.00	noroeste.	sureste.

GIMNASIO.

Baños y vestidores	312.00	norte sur.	norte.
Cancha.	576.00		artificial.
Zona de aparatos.	500.00		artificial.
Servicio médico.	21.00		artificial.
Baños árbitros.	25.00		artificial.
Bodega.	24.00		artificial.
Cuarto de aseo.	6.00		artificial.
Acceso y circulaciones.	150.00		artificial.
Gradas.	345.00	norte.	norte.
Sanitarios (spectadores)	40.00		artificial.
Control.	18.00		artificial.

tecnia profesional

U facultad de arqui

N A M



autogobierno t.3

TALLERES DE CAPACITACION.

	M ² .	orientación.	Iluminación
Corte y confección.	138.00	norte sur.	poniente.
Artes manuales.	27.00	norte sur.	oriente.
Tejido.	138.00	norte sur.	oriente.
Mecánica.	138.00	norte sur.	oriente.
Electrónica.	75.00	norte sur.	poniente.
Carpintería.	135.00	norte sur.	poniente.
Sanitarios.	56.00	norte sur.	norte sur.
Patio de maniobras.	100.00	norte.	

CAFETERIA Y JUEGOS DE MESA.

Area de mesas a cubierto.	65.00	sureste.	poniente.
Area de mesas a descubierto.	130.00	sureste.	cenital.
Cocineta y barra de atención.	24.00	noroeste.	poniente.
Patio de servicio.	9.00		cenital.
Area de juegos de mesa.	130.00	sureste.	sureste.
Control de fichas.	12.00	suroeste.	oriente.
Sanitarios.	25.00	suroeste.	oriente.

TOTAL 4,067.00 M²

SAN NICOLAS



TOTOLAPAN

DELE LA MAGDALENA CONTRERAS

plan de acción
urbano-arquitectónico

tecnico profesional

la facultad de arqui

N
A
M

autogobierno t-3



DESCRIPCION DEL PROYECTO.





Dentro de las condiciones de todo proyecto arquitectónico, figura siempre el lugar en que se piensa edificar. Sin embargo el sitio es más que la simple configuración del terreno elegido, es en realidad el generador básico del diseño, - - pues toda construcción responde a su entorno determinándolo. - Es a través de este diálogo entre un edificio y su localización, que nos proporciona la raíz del significado de la arquitectura, ligando no sólo su realización con el contexto más -- obvio, sino con el substrato social. De esta manera se toman en cuenta la topografía, el clima, la situación, la orientación y el carácter del lugar, además de las características de su uso dentro de los factores determinantes, tanto económicos, tecnológicos, históricos y culturales. En la medida en que -- los requerimientos internos de un edificio encuentran las condiciones externas que lo configuran plásticamente, la arquitectura encuentra su lenguaje. Así se accede a la concientización respecto a las construcciones ya existentes para establecer una armonía llegando muchas veces a lograr que el mismo en torno se vea favorecido por la nueva edificación.

La arquitectura tiene su total significado dentro del funcionamiento de su ambiente interior, influyendo emocionalmente al usuario.

TOTOLAPAN

MELÉNIA MAGDALENA CONTRERAS

Plan de acción
urbano-arquitectónico**tuero profesional****U facultad de arqui****N A M**

autogobierno t-3




La obra arquitectónica que tiene una expresión propia, está caracterizado por una serie de factores que conforman un todo realmente íntegro integrado. Es en este renglón que una serie de elementos como la luz, el color y las texturas se integran al diseño para enfatizar los puntos relevantes y lograr una coherencia en el lugar.

En el pueblo de San Nicolás Totolapan las edificaciones no corresponden a un contexto urbano y arquitectónico definido, ya que hay gran variedad en su concepto constructivo, si acaso las últimas residencias son hechas a base de acabados de concreto y con diversidad del uso del color en las fachadas.

La idea principal en que se basa el proyecto es el de crear un edificio arquitectónico moderno y reflejar a través de su forma el carácter de su función, la de ser un nuevo centro deportivo socio-cultural destinado al pueblo, creando espacios agradables y generosos que permitan la interrelación de las personas que asistan a todas las diferentes actividades de este centro.

Otro aspecto de diseño fue imprimir al proyecto un carácter y un sello arquitectónico propios, para que expresara y

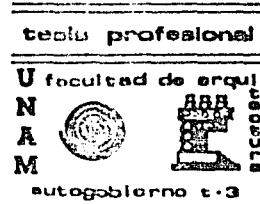

SAN NICOLAS



TOTOLAPAN

MIGUEL LA MAGDALENA CONTRERAS

plan de acción
urbano-arquitectónico

90.

cumpliera los objetivos rectores de este desarrollo, cuyo planamiento arquitectónico urbano, funcional y técnico urbano, - funcional y técnico forma un conjunto compuesto, dándole una significancia relevante a su integración y riqueza espacial, - logrando con esto: unidad arquitectónica y carácter arquitectónico que es la resultante de la combinación analítica de forma y función.

El conjunto tiene una composición de simetría dinámica resuelta con ejes de carácter virtual, marcando el contraste entre espacios construidos y abiertos, logrando así la unidad del mismo.

Tomando en cuenta el carácter del conjunto, así como-
el medio ambiente, se propusieron acabados sencillos pero re-
sistentes como lo es el concreto aparente, logrando así una ar-
monía en su totalidad.

ACCESO.

En la plaza de acceso se logró un efecto visual agra-
dable, enmarcado por el gimnasio en su fachada principal, que-
es el elemento de mayor jerarquía. En el interior de la misma

tecnología profesional

U facultad de arqui-

N

A

M



autogobierno t-3

SAN NICOLAS



TOTOLAPAN

MILÉN LA MARQUEÑA CONTRIBUDE

plan de acción
urbano-arquitectónico

se encuentra el vestíbulo de acceso, a la derecha se encuentra la zona administrativa, en seguida el salón de usos múltiples, a la izquierda del acceso se ubica la biblioteca como elemento de apoyo a los talleres, en seguida por considerarlo un espacio de transición entre las actividades deportivas y culturales está la cafetería y juegos de mesa.

ZONA ADMINISTRATIVA.

A la entrada se encuentra la barra de informes y espera con un pequeño vestíbulo que comunica al área secretarial - donde se atiende a los alumnos, que a la vez se comunican con el director, sala de juntas y los promotores de las diferentes actividades, existen también los sanitarios, y tres cubículos.

BIBLIOTECA.

Cuenta con área de acervo, barra de atención y control, una pequeña área para copiado y salas de lectura, privado para el bibliotecario, así como revisteros con su respectiva área de lectura, dará servicio a los estudiantes de los talleres y a la gente de la región.

tecnología profesional

U facultad de arquitectura

N
A
M

autogobierno t-3

SAN NICOLAS



TOTOLAPAN

METER LA DIALOGALINA CONTRIBUEN

plan de accion
urbano-arquitectonicos

92.

TALLERES.

Estos se encuentran en la parte izquierda del acceso, con una plaza interior que comunica al resto del conjunto, - - cuentan además con acceso propio así como estacionamiento para los autos de los profesores, se ubicó a los de carpintería y - mecánica automotriz en la zona más alejada para que los sonidos propios de los mismos no interfirieran con la acústica del conjunto, cuentan con sanitarios que se ubican al centro del - conjunto.

SALON DE USOS MULTIPLES.

Este se encuentra a la izquierda de la plaza, cuenta- con vestíbulo, guardarropa, área de mesas, cocineta, bodega, - sanitarios, vestidores, así como salida de emergencia y esta- cionamiento propio con su patio de maniobras.

CAFETERIA Y JUEGOS DE MESA.

Se encuentra integrada a la plaza, con una entrada di- recta por ésta, cuenta con áreas de mesas, cocineta, bodega, - barra de servicio, caja, será de autoservicio, podrá ser utili- zada por alumnos, empleados y visitantes.

trabajo profesional

U facultad de arqui-

N A M



autogobierno t-3

SAN NICOLAS



TOTOLAPAN

DIRECCION DE DESARROLLO COMUNITARIO

Plan de acción
urbano-arquitectónico

93.

GIMNASIO.

Es elemento de mayor preponderancia en cuanto a volumen y ubicación dentro del conjunto, cuenta con cancha, área para gimnasia, baños y vestidores, sanitarios para el público, privados para los árbitros, bodega y gradas.

SERVICIOS COMPLEMENTARIOS.

Todas las canchas para deportes al aire libre se ubicaron en la parte sur del conjunto, almacén general, mantenimiento, cuarto de máquinas, baños y vestidores para el personal que aquí labore a la izquierda del gimnasio.

tesis profesional

UNIVERSIDAD NACIONAL

DE MEXICO

ESTADO DE MEXICO

autogobierno t-3



SAN NICOLAS




TOTOLAPAN D.F.

POBLACION SAN NICOLAS

CENTRO DEPORTIVO SOCIAL Y

CULTURAL

ESTADIO OLYMPICO

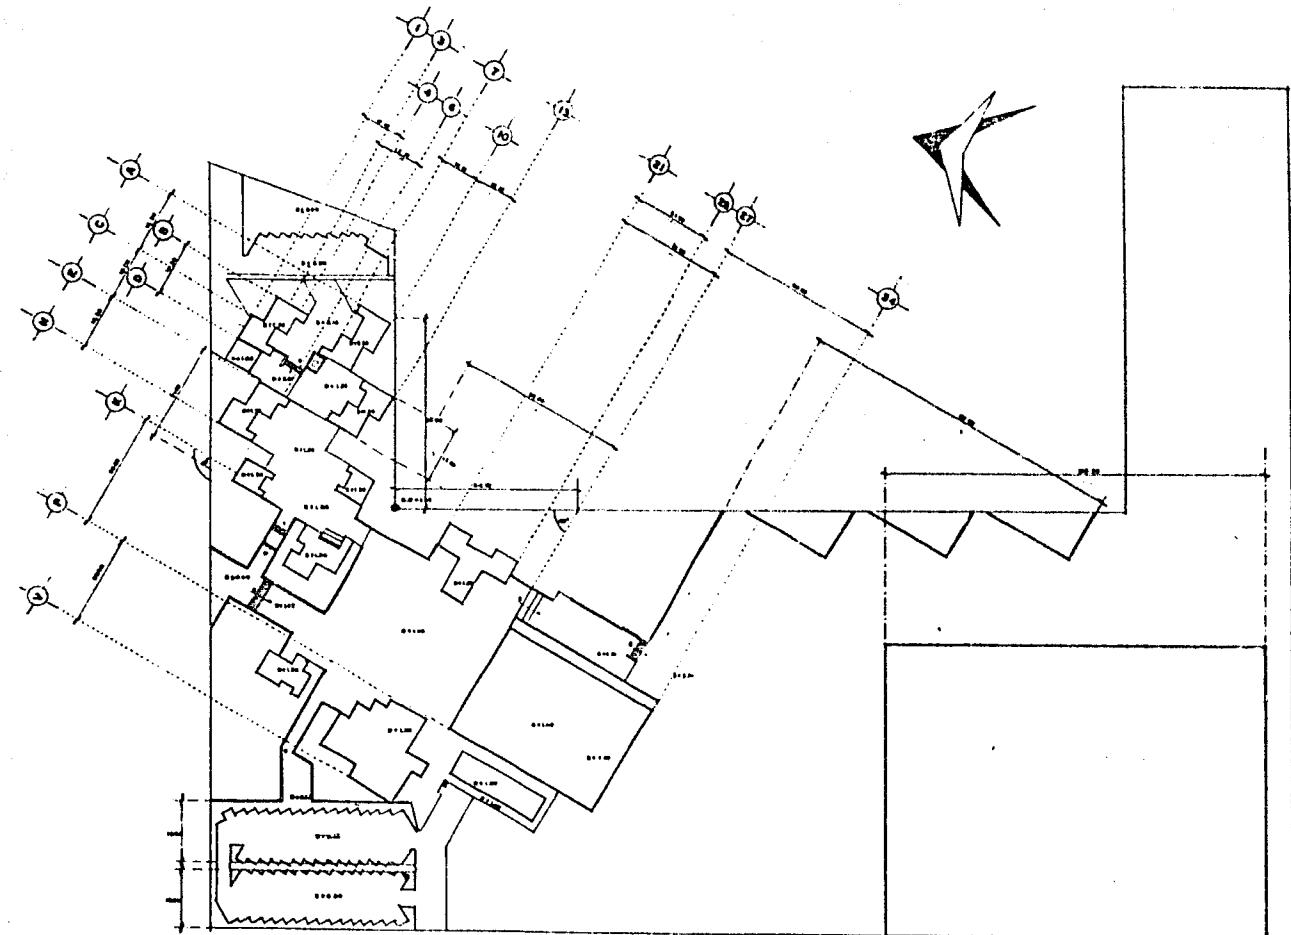

ESTADIO OLIMPICO

ELEMENTO

DETALLE

Trazo y nivelación

ENCARCULO

CLAVE

ATN

ESCALA 1:500

FOLIO OCT. 1964

1

U Facultad de Arquitectura

N

A

M Maestro de Obra

SAN NICOLAS




TOTOLAPAN DE

MEXICO D.F. MEXICO 10710

CENTRO DEPORTIVO SOCIAL Y

CULTURAL

ESTADIO OLIMPICO

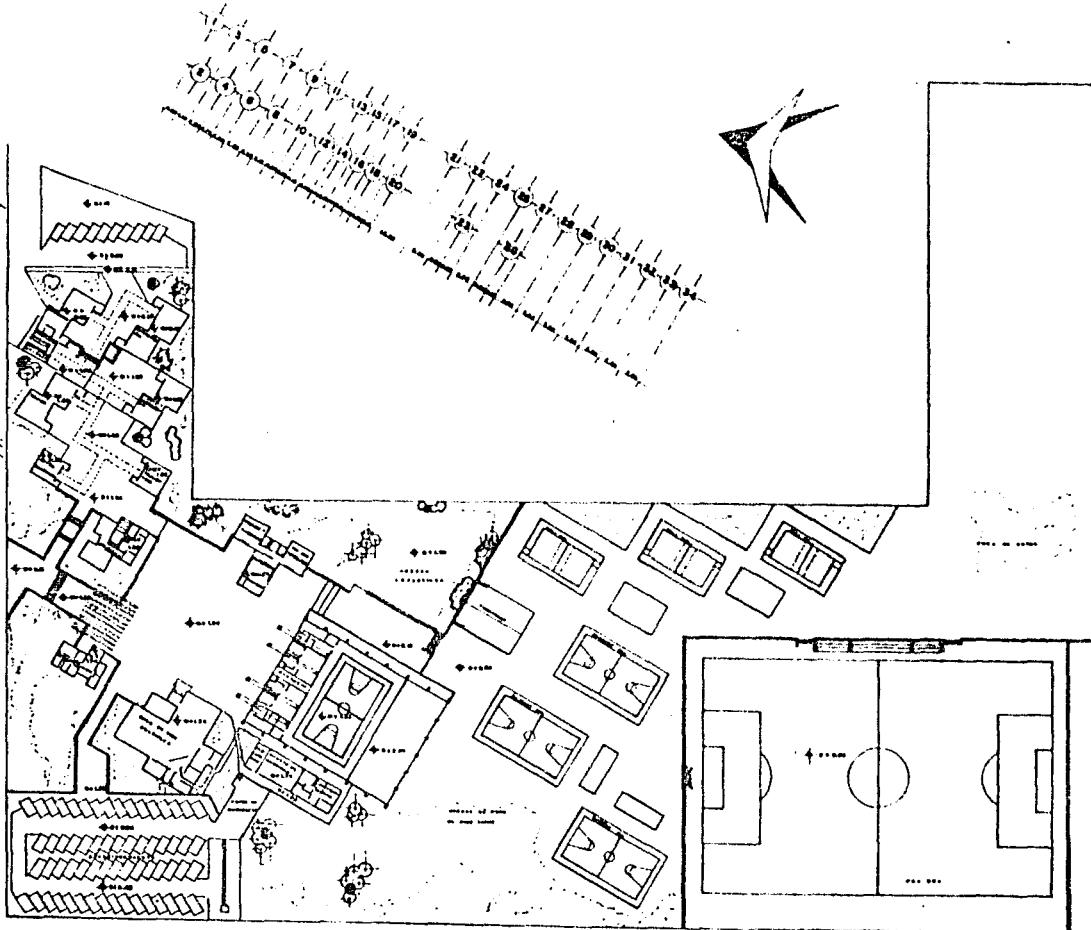

ESTADIO OLIMPICO

ELEMENTO

CONJUNTO

CLASE: Arquitectónico

DETALLE: CLAVE:

ESCALA: 1:500 000.004

AC-1

UNIVERSIDAD DE MEXICO

NACIONAL

MANEJO DE BOSQUES

ESTADIOS

ESTADIO

SAN NICOLAS



TOTOLAPAN DF

CENTRO DEPORTIVO SOCIAL Y
CULTURAL

ESTADÍSTICAS

- 1 GIMNASIO.
- 2 SALON DE USOS MULTIPLES.
- 3 ADMINISTRACION.
- 4 CAFETERIA Y JUEGOS DE MESA.
- 5 BIBLIOTECA.
- 6 ELECTRONICA.
- 7 ARTES MANUALES.
- 8 CORTE Y CONFECCION.
- 9 TEJIDO.
- 10 CARPINTERIA.
- 11 MECANICA.
- 12 SANITARIOS H.y.M.
- 13 CUARTO DE MAQUINAS.

TIPO DE PROYECTO

ELEMENTO

CONJUNTO

Plano

TECHOS

ENCARGADA

CLAVE

FECHA

CT-1

FECHA

1500 OCT 1984


U

L

N

A

M

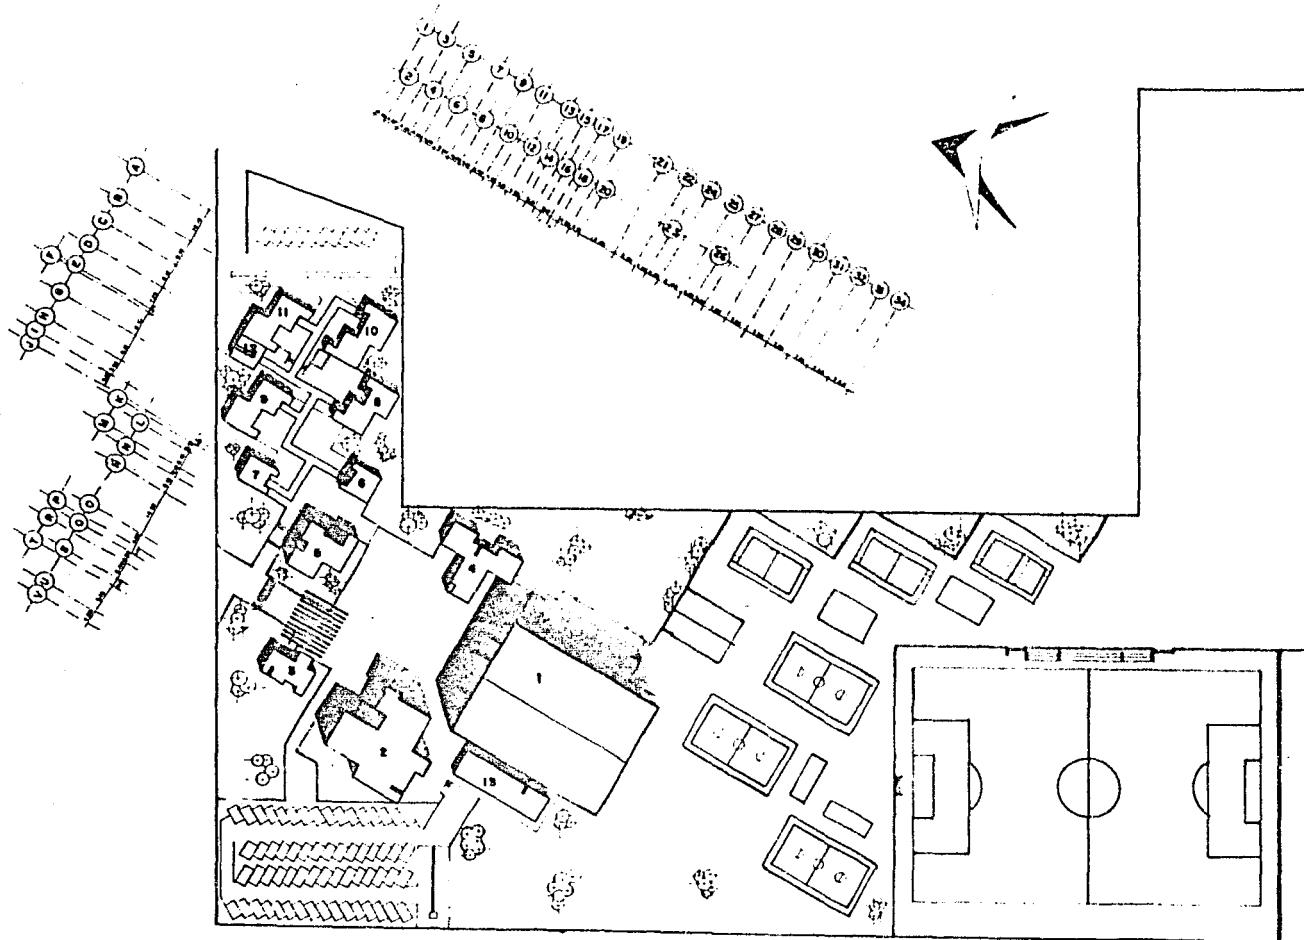

SAN NICOLAS





TOTOLAPAN D.F.

DISTRICTO FEDERAL

CENTRO DEPORTIVO SOCIAL Y

CULTURAL

ESTADIO OLIMPICO

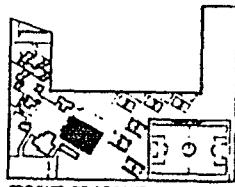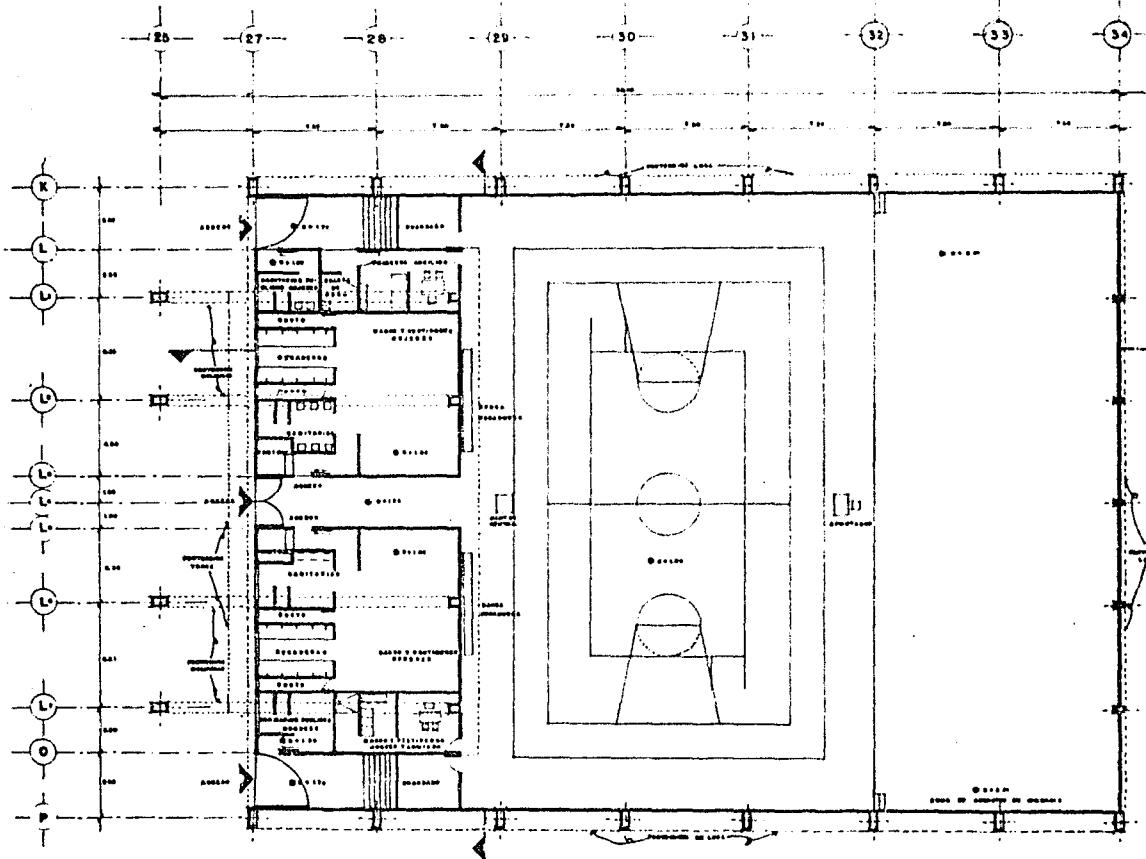

CROQUE DE LOCALIZACION

ESTADIO OLIMPICO

ESTADIO

GIMNASIO

PLANO

Arquitectonico

Escala 1:1000

CLAVE

FECHA: 10/10/1984

A-2

U Universidad de Mexico

N Nacioal

M Madero

Mustegobien 6-3

SAN NICOLAS





TOTOLAPAN D.E.


CENTRO DEPORTIVO SOCIAL Y

CULTURAL

simbología

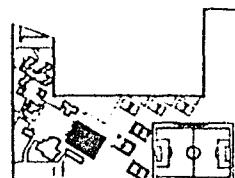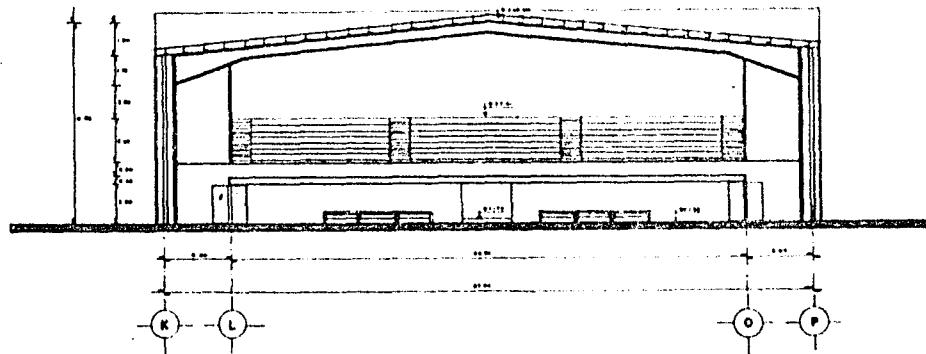

CROQUIS DE LOCALIZACION

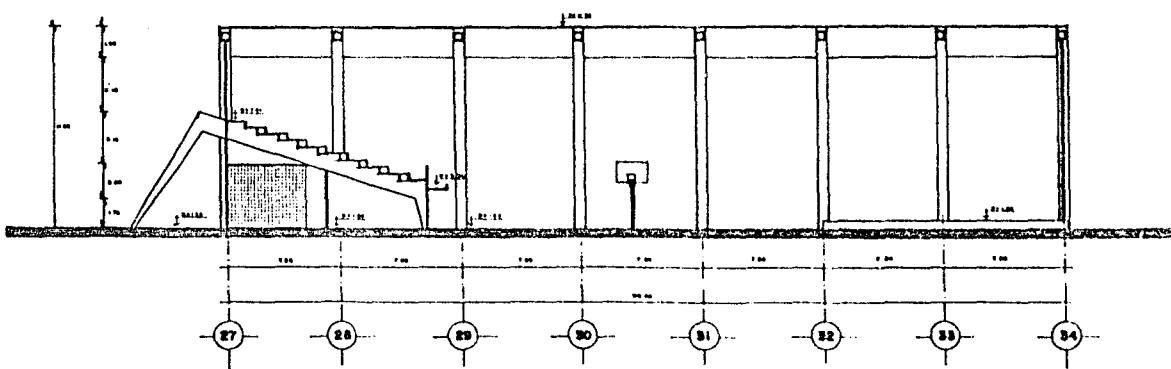

ESTILO PROFESSIONAL

ELEMENTO

GIMNASIO

Blanca

Cortes

ENC. GRÁFICA

CLAVE

ESCALA

FECHA

1:100 OCT. 1984

AC-2

U. Secretaría de Obras Públicas

N. A. S. M. Montevideo 1-2

Montevideo 1-2



SAN NICOLAS




TOTOLAPAN D.F.
MUNICIPIO/FUENDE

CENTRO DEPORTIVO SOCIAL Y
CULTURAL

ESTADIO CENTRAL

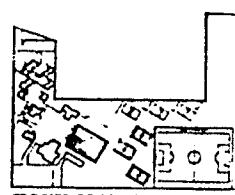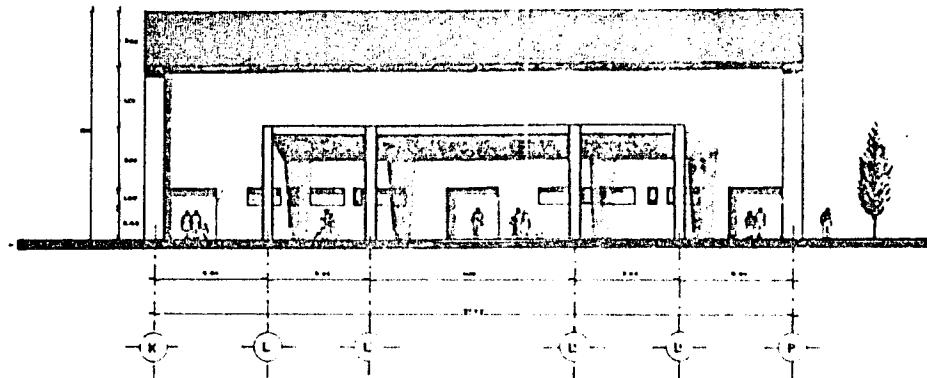

CROQUIS DE LOCALIZACION

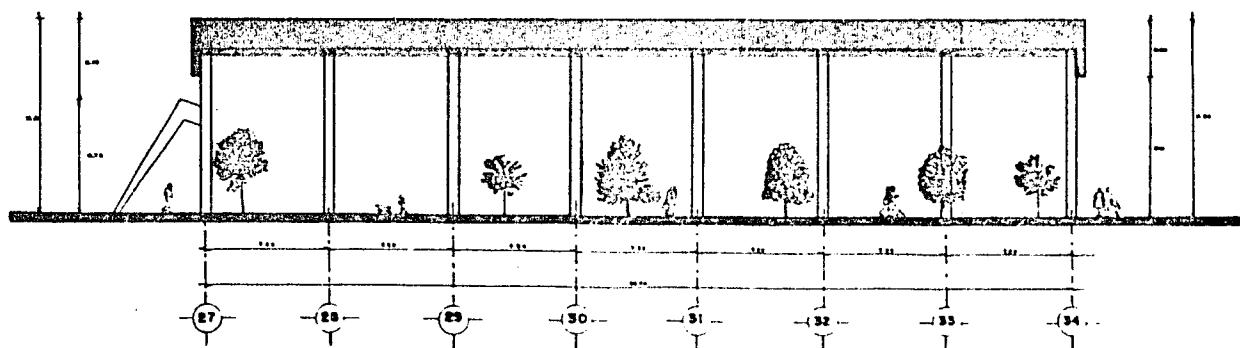

Techo proteccional

DETALLE: GIMNASIO

PLANO Fachadas




DETALLE: GLOBO

DETALLE: TECNICO AF-2
1:100 OCT. 1964

M: Recubiertos de arquitectos

N: Artesanias

M: Materiales de construcción

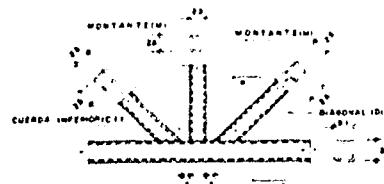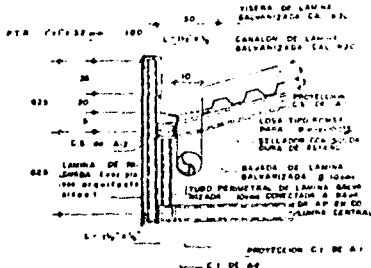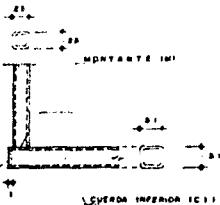





UNION TIPO U-G

SAN NICOLAS

TOTOLAPAN D.E.

CENTRO DEPORTIVO SOCIAL Y CULTURAL

almabeto

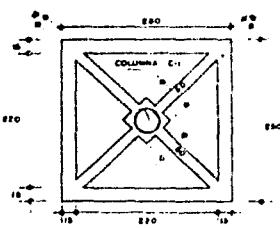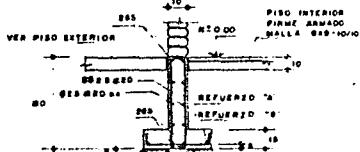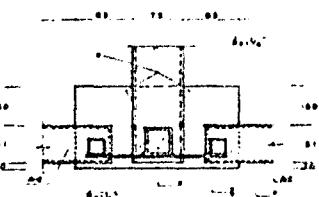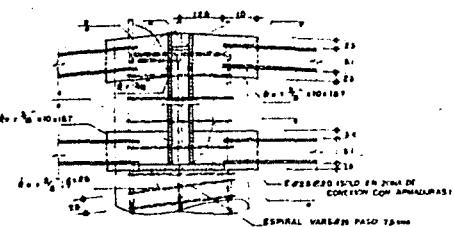


4. MATERIALES

- 4.1 PERFILES TIPO PERI DE LAMINA DOBLADA EN FIO
P.T. 100x100
- 4.2 ALUMINIO ESTACIONAL EN PLACAS GRADO 6-16
- 4.3 ACERO PARA TORNILLOS Y MECANO DE ANCLAJE
ASTM A325
- 4.4 ELECTRODOS E-6010

5. SOLDADURA

- 5.1 CARACTERIZACIONES AWS
- 5.2 VERIFICAR EL espesor del yeso y ver si cumple
el menor espesor de las piezas por un 10%

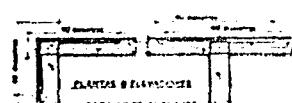

6. PILES ESTACIONALES

- 6.1 REQUERIMIENTOS DE REFORZOS DE LOS PILONES
Los pilones deben tener una sección de 100x100 mm.
Los pilones deben tener una sección de 100x100 mm.
Los pilones deben tener una sección de 100x100 mm.
Los pilones deben tener una sección de 100x100 mm.
- 6.2 REQUERIMIENTOS DE REFORZOS DE LOS PILONES
Los pilones deben tener una sección de 100x100 mm.
Los pilones deben tener una sección de 100x100 mm.
Los pilones deben tener una sección de 100x100 mm.
- 6.3 REQUERIMIENTOS DE REFORZOS DE LOS PILONES
Los pilones deben tener una sección de 100x100 mm.
Los pilones deben tener una sección de 100x100 mm.
- 6.4 REQUERIMIENTOS DE REFORZOS DE LOS PILONES
Los pilones deben tener una sección de 100x100 mm.
Los pilones deben tener una sección de 100x100 mm.

7. DETALLES DE PILE

- 7.1 DIBUJO DE PILE
Dibujar los pilones con sus dimensiones y el número de pilones que se requieren para la ejecución de los pilones.
- 7.2 DIBUJO DE PILE
Dibujar los pilones con sus dimensiones y el número de pilones que se requieren para la ejecución de los pilones.
- 7.3 DIBUJO DE PILE
Dibujar los pilones con sus dimensiones y el número de pilones que se requieren para la ejecución de los pilones.

DETALLES DE PILE

GIMNASIO

DETALLES

DETALLES

D-2

S/E

OCT. 1964

UNIVERSIDAD NACIONAL

N

A

M

SAN NICOLAS



TOTOLAPAN

DIFUSION MUNICIPAL CONTENEDORES

plan de acción

urbano-arquitectónico

tesis profesional

GIMNASIO

Detalles

D-3

Fecha

OCTUBRE 1984






Universidad de arquitectura

NAM



autogobierno c-3

+ 1.50
+ 0.00 0.05
+ 0.40 0.60 0.40 +

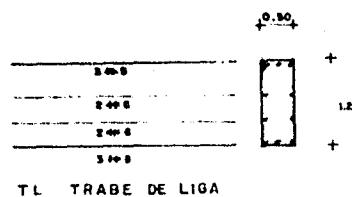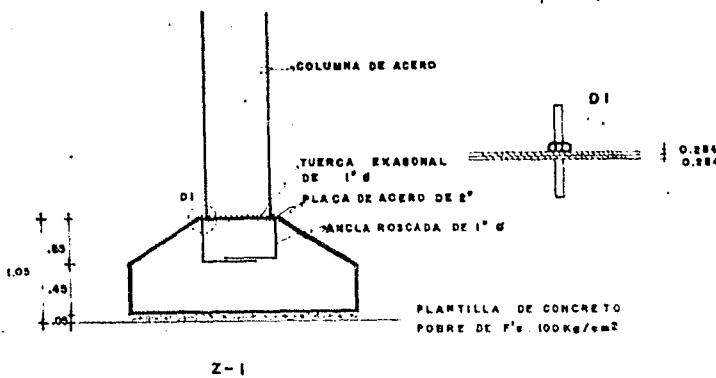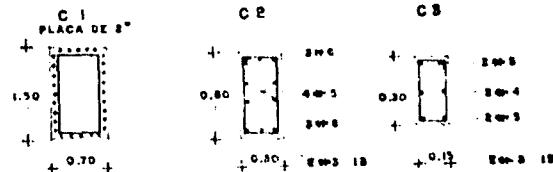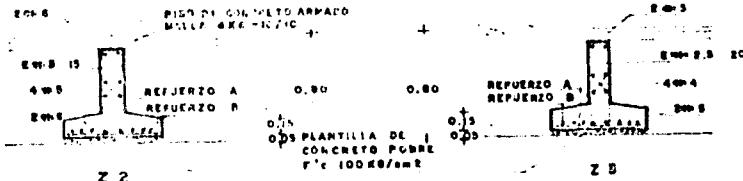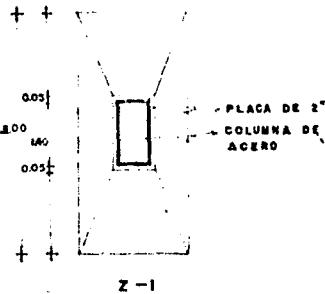

SAN NICOLAS



TOTOLAPAN D.F.

CENTRO DEPORTIVO SOCIAL Y

CULTURAL

Sistema de armadura

II C-1 COLUMNA 1

II C-2 COLUMNA 2

II C-3 COLUMNA 3

A-1 ARMADURA 1

A-2 ARMADURA 2

Plano estructural

ELEMENTO:

GIMNASIO

PLANO:

Estructural

GRÁFICA

CLAVE

FECHA

E-2


IDEAL OCT. 1984


U Recubierta de arandelas

N


A

M...longitud 4.5

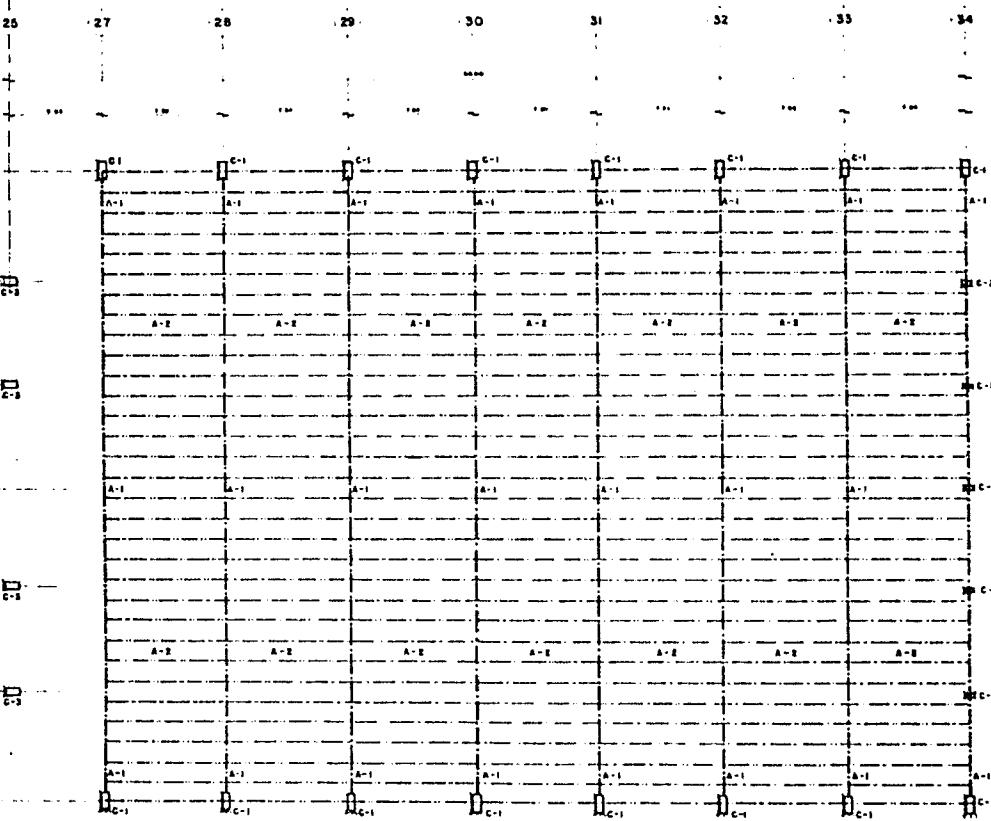

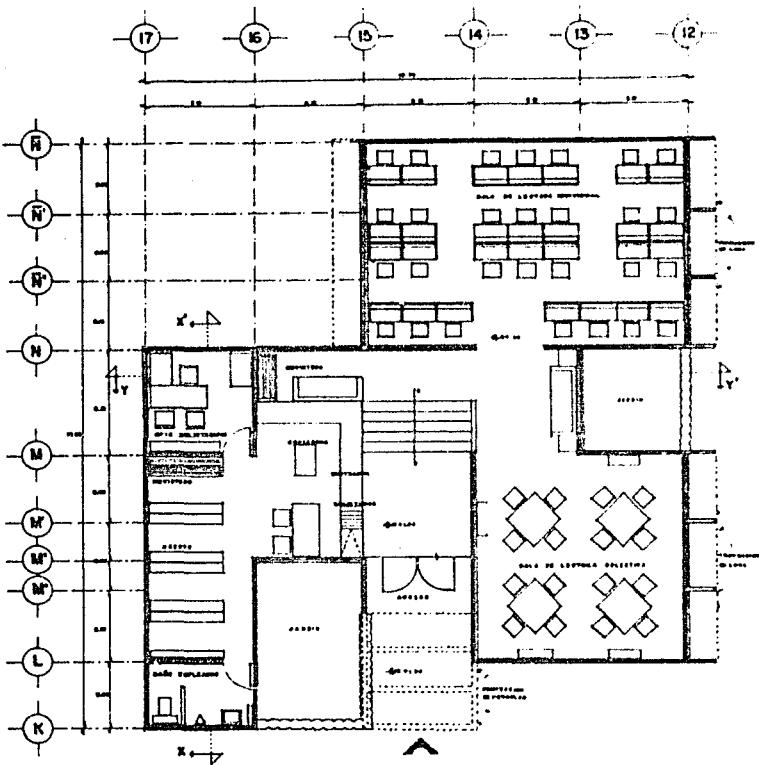

SAN NICOLAS
TOTOLAPAN D.F.
 CON CAMPAMENTO INSTITUCIONAL
 CENTRO DEPORTIVO SOCIAL Y
 CULTURAL
 SÍMBOLOGOS

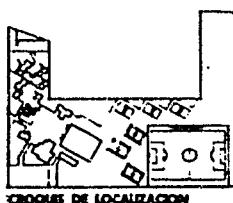

CROQUIS DE LOCALIZACION

Escala: 1:500
 Término: OCT. 1984
 Arquitectónico
 Clave:
 U Escaleras de circulación
 N Atesoramiento
 M Mantenimiento

SAN NICOLAS





TOTOLAPAN DE

DOMA Y MUSEO ECOLOGICO


CENTRO DEPORTIVO SOCIAL Y

CULTURAL


simbología:

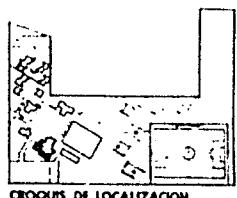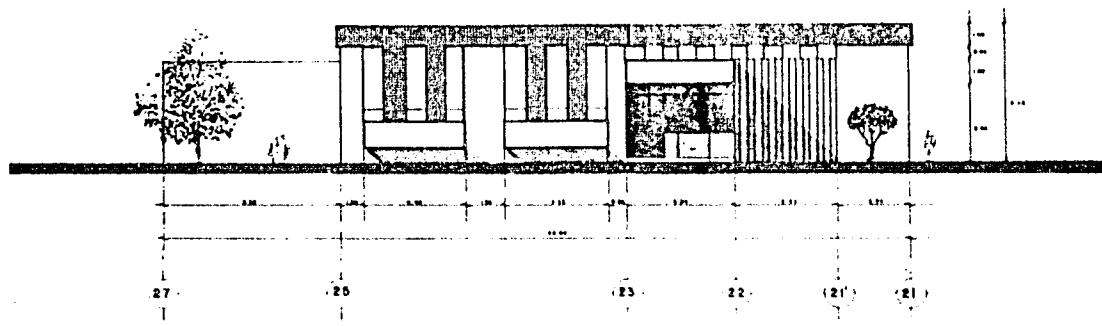

CROQUIS DE LOCALIZACION

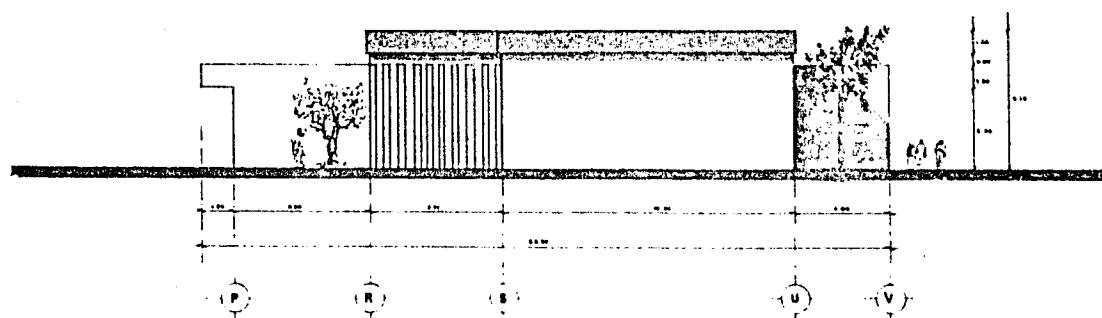

Escala: 1:75
Plano: AF-3
Fecha: OCT. 84.
Escala: 1:75
Plano: AF-3
Fecha: OCT. 84.
U: facultad de arquitectura
N: nombre del autor
A: nombre del cliente
M: nombre de la obra

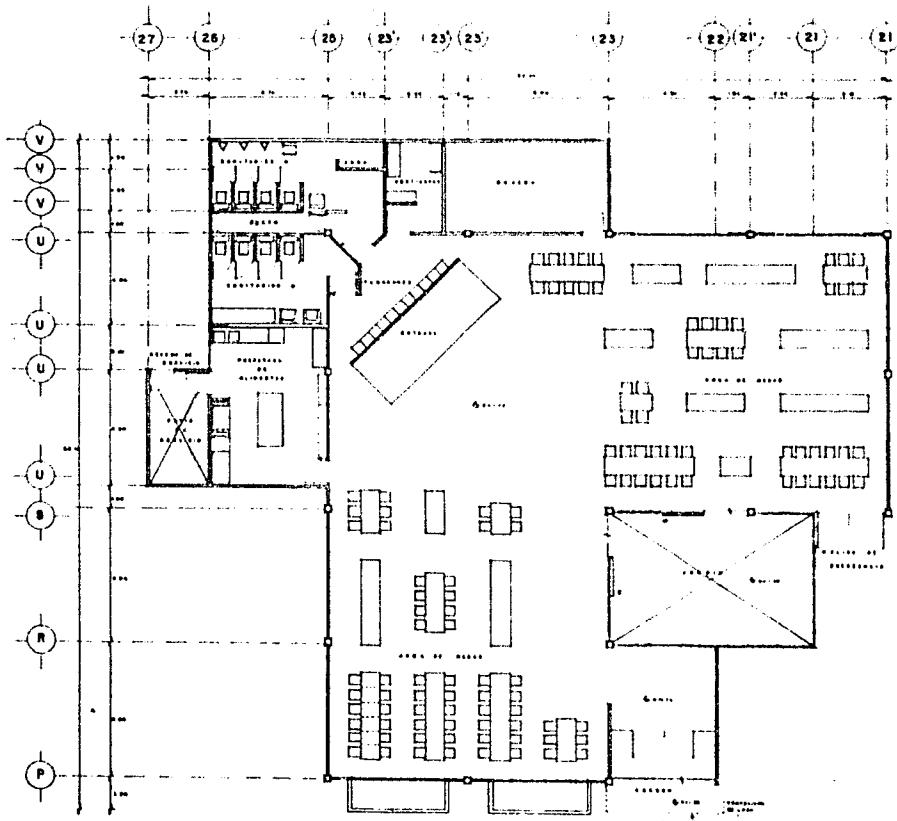

SAN NICOLÁS




TOTOLAPAN D.F.

CENTRO DEPORTIVO SOCIAL Y

CULTURAL

SÍMBOLOS

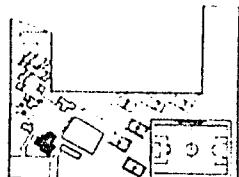

CROQUIS DE LOCALIZACIÓN

ESTADO PROYECTO:

ACTIVIDAD:

USOS MULTIPLES

PLANO:

Arquitectónico

ENCARGADA:

CLAVE:

FECHA:

A-3

I-75

OCT. 1984

U Facultad de Arquitectura

N

A

M

ESTADÍSTICO

SAN NICOLAS







TOTOLAPAN D.F.

C.P. 11100
MEXICO, D.F.

CENTRO DEPORTIVO SOCIAL Y
CULTURAL

SÍMBOLOGO.

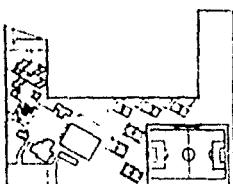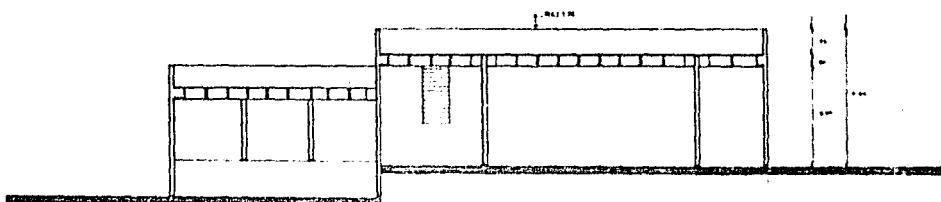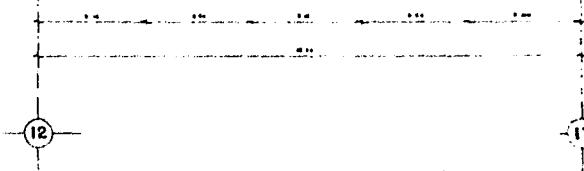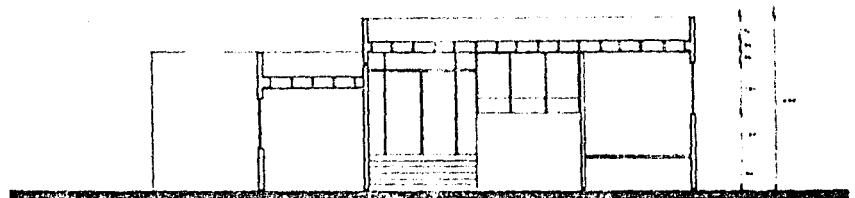

CROQUIS DE LOCALIZACION

ESTUDIO PROFESIONAL

ELEMENTO: **BIBLIOTECA**

PLANO: **Cortes**

ESC. OFICIAL: **1:50** CLAVE: **AF-4**

FECHA: **15-OCT-1954**

U. Facultad de Arquitectura

N. A. M.


SAN NICOLAS





TOTOLAPAN D.F.

ESTADO DE MEXICO
CENTRO DEPORTIVO SOCIAL Y
CULTURAL


ESTADÍSTICA

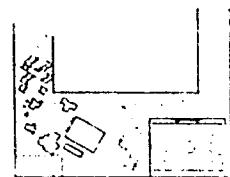


ESQUEMA DE LOCALIZACION

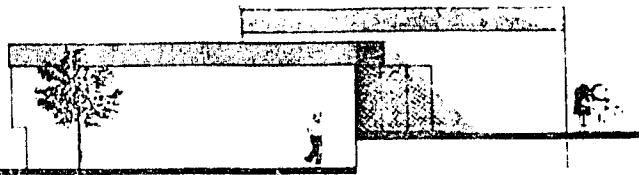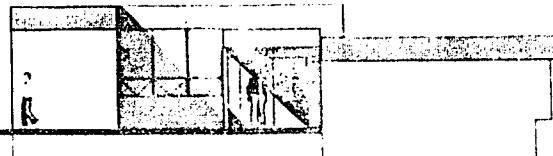

(12)

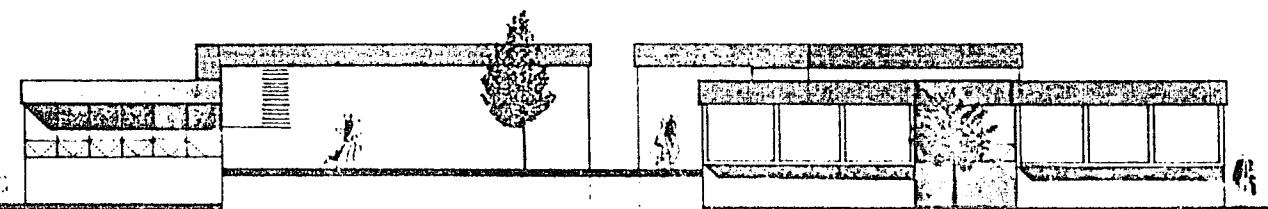

17 K

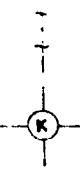

FACHADA PROPIEDADES

ELEMENTO
BIBLIOTECA

PLANO:
Fachadas

ESC. 1:500 CLAVE:

FECHA: OCT 1964 AF-4
1:50

U FACHADAS DE BLOQUEOS

N
A
M

ESTADÍSTICA

SAN NICOLAS




TOTOLAPAN D.F.

MUNICIPIO LOCAL


CENTRO DEPORTIVO SOCIAL Y

CULTURAL

Simbología:

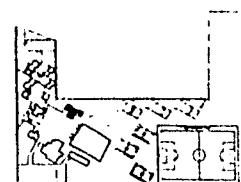

CROQUIS DE LOCALIZACION

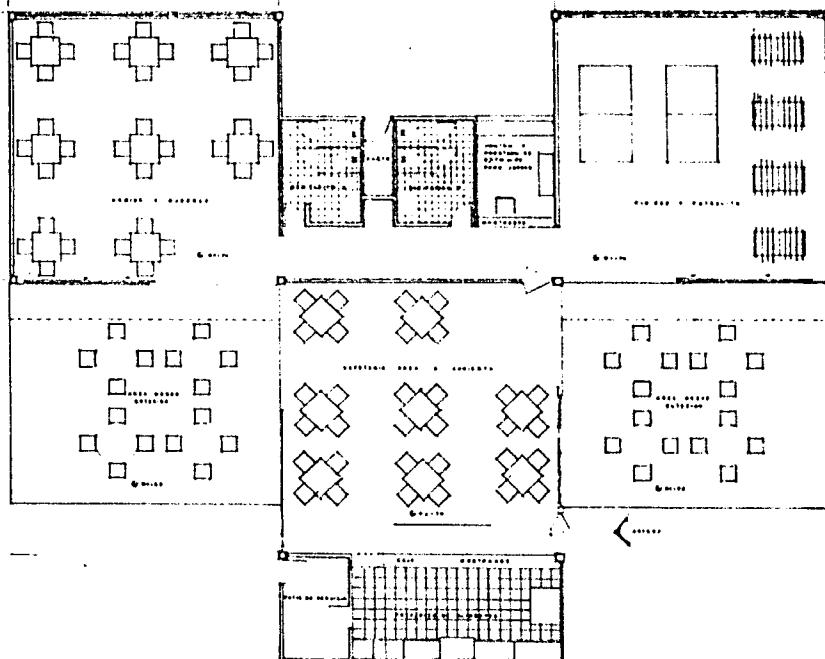

Elementos profesionales

ELEMENTO CAFETERIA Y
JUEGOS DE MESA


PLANO Arquitectónico

ESC. GRÁFICA


CLAVE

ESCALA 1:50 FECHA OCT. 1984 A-5

U Recalado de arquitecto
N
A
M - tegolátero 1:1

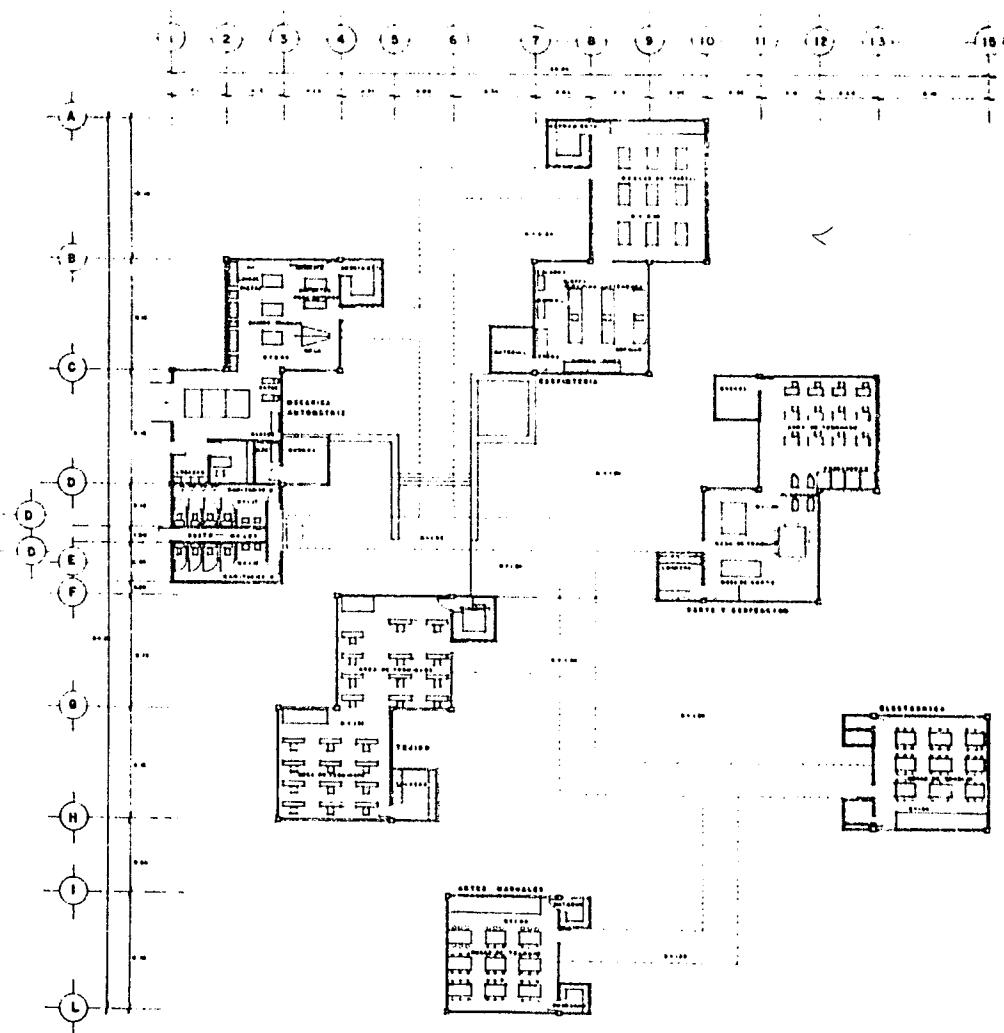


SAN NICOLAS
TOTOLAPAN D.F.
PUEBLO MÁGICO - PUEBLO DE ARTE
CENTRO DEPORTIVO SOCIAL Y CULTURAL
el m bateador

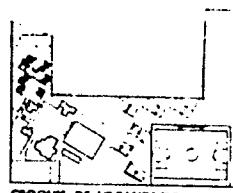


ESQUEMA DE LOCALIZACION

Título proyectual	
ELEMENTO AREA DE CAPACITACION	
PLANO Arquitectónico	
ENC. GRÁFICA	CLAVE
Escala	
1:125	
FECHA	
1-125 OCT 1904	
A-6	
U ... Escuela de Capacitación	
N ...	
A ...	
M	

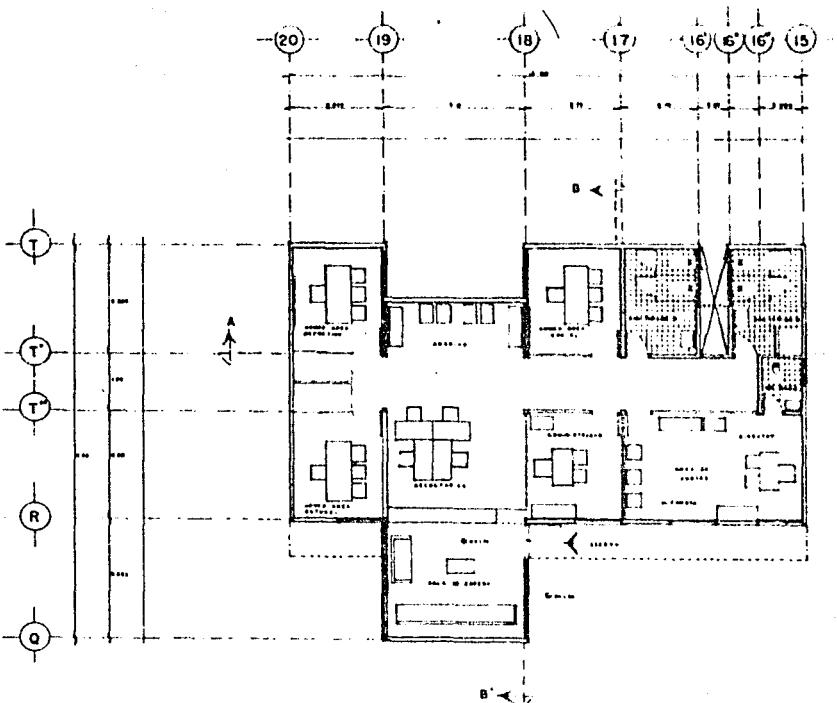

SAN NICOLAS
TOTOLAPAN D.F.
ESTADO DE MEXICO, E.P.S.C.E.
CENTRO DEPORTIVO SOCIAL Y
CULTURAL.
el mejor lugar

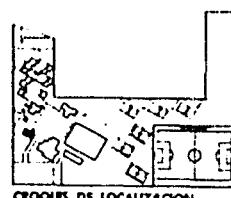

Plano profesional
ELEMENTO
ADMINISTRACION
Plano
Arquitectonico
ENC. OFICIAL CLAVE
ESCALA **FECHA** **A-7**
1:50 **OCT 1985**
U UNIDAD DE DESARROLLO
N
A
M MONUMENTO NACIONAL

III.

SAN NICOLAS



TOTOLAPAN

DENTRO LA BARRERA LOS CENTROS

plan de acción

urbano-arquitectónico

CALCULO ESTRUCTURAL
(GIMNASIO)

certificado profesional

U facultad de arquitectura

N

A

M

autógrafo numero e-3

SAN NICOLAS



TOTOLAPAN

DIFER LA MASCALERA CONTRIBUEN

plan de sector
urbano-arquitectonico

112.

G I M N A S I O .

CALCULO LOSA CRITICA.

PROPIUESTA PERALTE:

$$\frac{E_p}{T_{80}} = \frac{2500}{180} = 13.88 \longrightarrow 15 \text{ cms.}$$

P. LOSA: $0.15 \times 2400 = 360 \text{ K/M}^2$

ACABADO DE PISO: $= 250 \text{ K/M}^2$


CARGA VIVA $= 500 \text{ K/M}^2$

$$E = 1,100 \text{ K/M}^2$$

CARGA DE DISEÑO $= 1.2 \text{ T/M}^2$

LOSA 1 — 1 DISCONTINUA


$$6/6.5 = 0.92$$

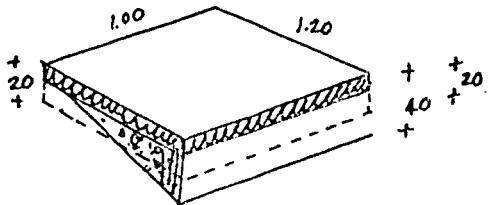

$$1.20 \times .20 = 0.24$$

FIRME $0.05 \times 2000 = 100 \text{ K/M}^2$

RELENO $0.15 \times 1000 = \frac{150 \text{ K/M}^2}{250 \text{ K/M}^2}$

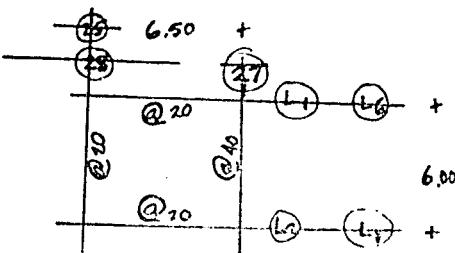

toda profesional

U facultad de arqui

N A M

autogestorero e.s.





TOTOLAPAN

DELEG. LA MAGDALENA CONTRERAS

plan de orden
urbano-arquitectónico

113.

CORTANTE MAXIMO:

$$\text{CLARO CORTO: } \frac{ws}{3} = \frac{1.2 \times 6}{3} = 2.4 \text{ T/M EL V EN EL LADO LARGO}$$

$$\text{CLARO LARGO: } \frac{ws}{3} = \frac{3 - M^2}{2} = 2.4 \text{ T/M } \left(\frac{3 - 0.92^2}{2} \right) = 2.58 \text{ T/M V EN EL LADO CORTO}$$

MOMENTOS FLEXIONANTES:

		K*CM		
M(-) CORTO-CONT	$- 0.0466 \times 1.2 \times 6^2$	201320	12.68	@ 22 → 20
LARGO-CONT	$- 0.041$	= 177120	13.19	@ 20
DISC.	0.021	= 90720	6.76	@ 42 → 40
M(+) CORTO	0.035	= 151200	9.52	@ 28 → 30
LARGO	0.031	= 133920	9.97	@ 28 → 30

PERALTE LOSA:

$$d = \sqrt{\frac{M}{Rb}} = \sqrt{\frac{201320}{15.94 \times 100}} = 11.24 \text{ CLARO CORTO}$$

$$d = \sqrt{\frac{177120}{15.94 \times 100}} = 10.54 \text{ CLARO LARGO.}$$

técnic profesional

U facultad de arqui

N

A

M

autogobierno t-3






114.

SUPONDENDO # 6

$$\text{CLARO CORTO } 15 - [2 + 0.5(1.91)] = 12.04 \text{ PASA}$$

$$\text{CLARO LARGO } 15 - [2 + 1.5(1.91)] = 10.13 \text{ NO PASA} +$$

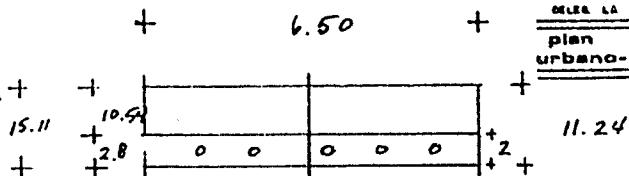

EL PERALTE DE LA LOSA SERA DE 16 cms.

POR LO QUE: PARA CLARO CORTO : $d = 13.0$ CRITERIO
 CLARO LARGO : $d = 11.0$

CLARO CORTO

$$As = \frac{M}{6gJd} = \frac{201320}{1400(0.872)T3} = 12.68 \text{ cm}^2 \quad \# 6 @ 22 = 13.05 \text{ cm}^2 \text{ (SACADO DE TABLA)}$$

CLARO LARGO

$$As = \frac{177120}{1400(0.872)T1} = 13.19 \text{ cm}^2 \quad \# 6 @ 20 = 13.95 \text{ cm}^2 \text{ (SACADO DE TABLA)}$$

tecnología profesional

U facultad de arqui

N

A

M

autogobierno t-3



REVISION POR CORTANTE

RESTRICCION PARA EL CONCRETO $v_c = 4.2 \text{ K/cm}^2$

PARA CLARO CORTO

$$v = \frac{V}{bd} = \frac{2580}{100 \times 13} = 1.98 < 4.2$$

PARA CLARO LARGO

LA LOSA PASA POR CORTANTE.

$$v = \frac{2400}{100 \times 11} = 2.18 < 4.2$$

REVISION POR ADHERENCIA


$$\text{PARA CLARO CORTO } M = \frac{V}{\epsilon J d} = \frac{2580}{30(0.872)13} = 7.58 \text{ K/cm}^2 < 17.4 * \quad P \# 6 = 6 \text{ cms.}$$

$$\epsilon p = \frac{100}{20} \times 6 = 30 \text{ cms.}$$

$$\text{PARA CLARO LARGO } M = \frac{2400}{30(0.872)11} = 8.34 \text{ K/cm}^2 < 17.4 *$$

EL ARMADO PASA POR ADHERENCIA * 17.4 K/cm^2 ES EL EFUERZO POR ADHERENCIA MAXIMO
PERMISIBLE PARA # 6

esta profesionalU facultad de arquiNAMautogobierno t-3

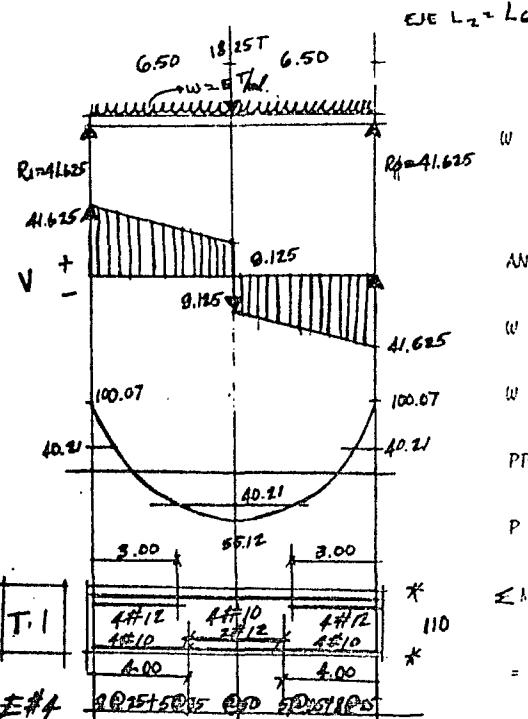

116.

$$W \text{ LOSAS} : 1.94 \text{ T/m}^2.$$

$$: 1.72$$

$$W \text{ TRABE} : \frac{1.34}{57 \text{ T/m}^2}$$

$$(0.6 \times 0.95 \text{ APROX}).$$

$$\text{ANALISIS DE } P = P_1 + P_2 + P_p \text{ TRABE}$$

$$W \text{ LOSAS} : 1.8 + 1.8 = 3.6 \text{ T/m}^2. \quad P_1 = \frac{3.6(6)}{2} = 10.8 \text{ T}$$

$$W \text{ LOSAS} : 1.29 + 1.29 = 2.58 \quad P_2 = \frac{2.58(4.30)}{2} = 5.55 \text{ T}$$

$$P_p \text{ TRABE} : 0.30 \times 0.5 \times 5.15 \times 2,400 = 1.9 \text{ T}$$

$$P = 10.8^T + 5.55^T + 1.9^T = 18.25 \text{ T}$$

$$\leq M(-) = \frac{We^2}{12} = \frac{We^2}{12} + \frac{Pe}{8} = \frac{5(13)^2}{12} + \frac{18.25^T(13)}{8}$$

$$= 70.42 \text{ Tm} + 29.65 \text{ Tm} = 100.07 \text{ Tm}$$

$$Mx = 40.21 \quad 0 = 41.625(x) - 5 \frac{x^2}{2} + 40.21 - 100.07$$

$$x = \frac{41.625 \pm \sqrt{41.625^2 - 4(-2.5)(-59.86)}}{2(2.5)} = 1.59$$



117.

$$\text{CALCULO PERALTE: } d = \sqrt{\frac{100.07 \cdot 000}{.2278 \times 60}} = 85.6 \approx 90 \quad d = \sqrt{\frac{6486}{.2278 \times 6}} = 69 \approx 73$$

$$AS = \frac{10,007}{1.4 \times 0.860 \times 85.6} = 97.1 \quad \text{CALCULO PERALTE} \quad d = \sqrt{\frac{10,007}{.1594 \times 6}} = 102.3 \approx 104$$

$$d = \sqrt{\frac{6486}{.1594 \times 6}} = 82.4 \quad (+)$$

$$AS = \frac{10,007}{1.4 \times .872 \times 104} = 78.8 \text{ cm}^2 \quad 10.5 \approx 12 \quad 6486 = 51.1 \text{ cm}^2$$

REVISION POR CORTANTE

$$V = 41.625 - \left(\frac{103}{100} \times 5 \right) = 36.475^T \quad \sigma = \frac{V}{bd} = \frac{36.475}{60 \times 103} = 5.90 \quad \sigma' = \sigma - \sigma_c = 5.90 - 4.2 = 1.70$$

$$a = (650 - 103) \left(\frac{1.70}{5.90} \right) = 157.81 \quad L_T = 103(2) + 157.81 = 363.81$$

$$\text{SE PROPONEN EST. \# 4} \quad S = \frac{2.54(1400)}{1.70(60)} = 35 \text{ cms.} \quad S = \frac{2.54}{0.0015 \times 60} = 28 \text{ cms.}$$

$$S = \frac{103}{2} = 51.5 \text{ cms.}$$

$$\text{REVISION POR ADHERENCIA: } M = \frac{V}{E_0 d} = \frac{41.625}{88(0.872)103} = 5.27 < 10.3 \text{ y } 8.3 \quad o = 88 \text{ cms.}$$

tesis profesional

U facultad de arqui

N

A


M

autogobierno t-3





118.

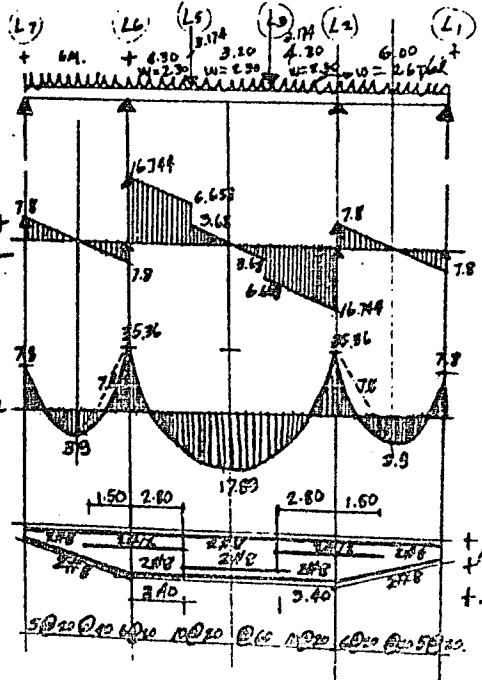

$$W \text{ LOSA} = 18 \text{ T/ml.} \quad W \text{ TRABE} = \frac{0.8 \text{ T/ml.}}{2.6 \text{ T/ml.}} (0.40 \times 0.60)$$

$$W \text{ LOSA} = 1.29 \text{ T/ml.}$$

$$W \text{ TRABE} = 1.01 (0.40 \times 0.60) \quad W = 2.30 \text{ T/ml.}$$

$$W \text{ LOSA} = 0.96 \quad W \text{ TRABE} = 1.01 \quad W = 1.97 \text{ T/ml} < 2.30$$

$$P = P_1 + PP_{\text{TRABE}} \quad P_1 = 1.727 + 1.447 = 3.174$$

$$\frac{3.174(2)}{2} = 3.174 \quad PP_{\text{TRABE}} (\text{NO HAY TRABE})$$

$$+ M_E = \frac{WE^2}{T2} = 7.8 \text{ T.M} \quad M_E = \frac{WE^2}{l^2} + \frac{Pab^2}{l^2} + \frac{Pab^2}{l^2}$$

$$= 26.69 + 3.16 + 5.51 = 35.36$$

$$R_1 = \frac{2.6(6)}{2} = 7.8 \text{ T.} \quad R_2 = \frac{2.3(11.8)}{2} + 3.174 = 16.744$$

$$\text{EST. # 3 AS} = \frac{3536}{7.4 \times 0.872 \times 75} = 38.61 \quad 780 = 8.52$$





119.

$$d = \sqrt{\frac{3.536}{0.1594 \times 1}} = 74.5$$

$$d = \sqrt{\frac{7.80}{0.1594 \times 4}} = 35$$

REVISION POR CORTANTE:

$$V = 7.8^T - (.40 \times 2.6) = 6.76$$

$$V = 16.744 - (.8 \times 2.3) = 14.904$$

$$v = \frac{6760}{40 \times 35} = 4.82$$

$$v = \frac{14904}{40 \times 75} = 4.97$$

$$v' = 4.82 - 4.2 = 0.6$$

$$v' = 4.97 - 4.2 = 0.77$$

$$a = (300 - 35) \frac{0.6}{4.82} = 33$$

$$a = (590 - 75) \frac{0.77}{4.97} = 79.8$$

$$l_T + 35 (2) + 33 = 103$$

$$l_T = 75 (2) + 79.8 = 2.30$$

$$S = \frac{0.98(1400)}{0.6(40)} = 57 < 20 @ 20$$

$$S = \frac{1.42(1400)}{0.0015(40)} = 64 < 40$$

$$S = \frac{1.42}{0.0015(40)} = 23.66$$

tesis profesional

U facultad de arqui

N

A

M

autogobierno t-3



SAN NICOLAS



TOTOLAPAN

MIGUEL LA MAGDALENA CONTRERAS

plan de acción
urbano-arquitectónico

120.

CALCULO COLUMNAS

$$L_2 = 25_1$$

DEL ANALISIS EJE L_2 = 41.625 T

DEL EJE L_2 = 41.625

$$\text{EJE } 25_1 = \frac{24.544 \text{ T}}{66.169 \text{ T}}$$

DEL EJE 25_1 = $\frac{8.17}{49.795 \text{ T}}$

$$R = \frac{66.169}{\sin 60^\circ} = 76.40 \quad \text{EST. } \# 2.5 @ 20$$

UNA COLUMNAS DE 40 X 40 cm. CON 4 # 6
SOPORTA 87T (TOMADO DEL MANUAL DE DISEÑO
PARA CONCRETO REFORZADO DEL INSTITUTO -
MEXICANO DEL CONCRETO)

40 X 60 SERA LA ACCION QUE POR DISEÑO, SE CONSIDERE EN EL PUNTO DE APOYO CON EL PISO N.P.T.
E INCREMENTANDOSE HASTA 80 CMS. EN EL APOYO CON LA TRABE DE ESCALERA.

tesis profesional

U facultad de arqui

N

A

M

autogobierno t-3



121.

CIMENTACION:

ZAPATAS AISLADAS DE CONCRETO Y TRABES DE LIGA PERIMETRALES Y EN EL SENTIDO DE LA ESTRUCTURA.

$$P_T = 66.169 + \text{PP COLUMNA} + \text{PP CIMENTO}$$

$$(66.169 + (0.60 \times 0.60 \times 7M \times 2.4) 1.1$$

$$= (66.169 + 6.048) 1.1 = 79.44^T$$

CONSIDERANDO UNA $R_T = 13T$

$$\text{TENEMOS } A = \frac{P}{R_T} = \frac{79.44}{13T} = 6.11 \text{ M}^2$$

$$\text{ANCHO} = \sqrt{6.11 \text{ M}^2} = 2.47 \approx 2.50 \text{ M}$$



tecnología profesional

U facultad de arquitectura

N A M
S E C U R I T A D
e u t o g o b i e r n o t - 3

SAN NICOLAS**TOTOLAPAN**

DELEGACION MAGDALENA CONTRERAS

plan de acción
urbano-arquitectónico**BIBLIOGRAFIA:**

PROBLEMAS DE INVESTIGACION EN SOCIOLOGIA URBANA.
CASTELS MANUEL EDIT. SIGLO XXI.

MANUAL DE CRITERIOS DE DISEÑO URBANO.
BAZANT JAN EDIT. TRILLAS.

INTRODUCCION AL URBANISMO.
HAUSBACH H. EDIT. GUSTAVO GILI.


LA IMAGEN DE LA CIUDAD.
LINCH KEVIN EDIT. SIGLO XXI.

PLANIFICACION Y CONFIGURACION URBANA.
PRINZ DIETER EDIT. GUSTAVO GILI.

PLAN DE BARRIO, DELEGACION LA MAGDALENA CONTRERAS.
EDIT. D.D.F.

CARTAS DETENAL.
SECRETARIA DE PROGRAMACION Y PRESUPUESTO.

ENSAYOS SOBRE EL DESARROLLO URBANO DE MEXICO.
BORAK/CALNEK/DAVIES/MORENO TOSCANO/UNIKEL.
EDIT. SEP SETENTAS.

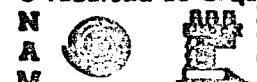tesis profesional**U facultad de arqui****N A M**

autogobierno e-3