


UNIVERSIDAD NACIONAL AUTÓNOMA DE MÉXICO

Facultad de Arquitectura

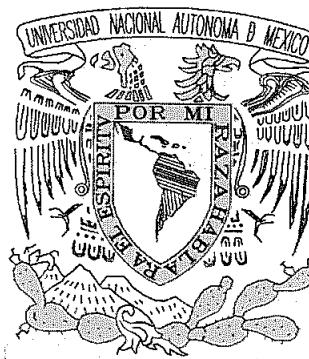

RE-HABITAR EL CENTRO HISTÓRICO CENTRO INTEGRAL VIZCAÍNAS

T E S I S
que para obtener el grado de:
LICENCIADO EN ARQUITECTURA
p r e s e n t a :
CHRISTIAN ESTAVILLO LARA

Autorizo a la Dirección General de Bibliotecas de la
UNAM a difundir en formato electrónico e impreso el
contenido de mi trabajo excepcional.
NOMBRE: CHRISTIAN ESTAVILLO LARA

FECHA: 05 ENERO 2003
FIRMA: ESTAVILLO



SINODALES:

Dr. en Arq. Álvaro Sánchez González.

Mtro. en Arq. Jorge Quijano Valdez.

Arq. Eduardo Navarro Guerrero.

M. 340304

ARQ.
JORGE GONZÁLEZ
REYNÁ

2003



UNAM – Dirección General de Bibliotecas

Tesis Digitales
Restricciones de uso

DERECHOS RESERVADOS ©
PROHIBIDA SU REPRODUCCIÓN TOTAL O PARCIAL

Todo el material contenido en esta tesis está protegido por la Ley Federal del Derecho de Autor (LFDA) de los Estados Unidos Mexicanos (México).

El uso de imágenes, fragmentos de videos, y demás material que sea objeto de protección de los derechos de autor, será exclusivamente para fines educativos e informativos y deberá citar la fuente donde la obtuvo mencionando el autor o autores. Cualquier uso distinto como el lucro, reproducción, edición o modificación, será perseguido y sancionado por el respectivo titular de los Derechos de Autor.

AGRADECIMIENTOS

A MIS PADRES:

Por los cimientos que me brindaron para construir parte de mi vida, sin ustedes todo esto no hubiera sido posible. Nunca podré pagarles todo lo que han hecho por mi, gracias infinitas.

A MI HERMANO:

Por ser tan distinto a mí, ayudarme y complementarme en todas las deficiencias que tengo, gracias por estar conmigo cuando te necesito.

A MI TÍO ARMANDO:

Por tu sencillez y calidez humana, que han sido ejemplo en mi vida.

A MI MARLEN:

Por enseñarme que no todo es Arquitectura, gracias por mostrarme el lado científico y objetivo del ser humano. Los agradecimientos sobran, los conoces, es un gusto estar a tu lado.

A MIS AMIGOS ERNESTINA, VALERIA Y ENRIQUE:

Por brindarme su amistad, su tiempo, su compañía y por compartir momentos felices.

A MIS AMIGOS GLORIA, VICTOR, JOSÉ RAMÓN, CHRISTIAN Y MÓNICA:

Por compartir tantos bellos momentos en mi vida, por esa calidez y alegría que los caracteriza.

A MIS AMIGOS Y COLEGAS JAVIER, ALEJANDRO, ÁLVARO Y EDUARDO:

Por que mi tesis surgió de un sueño colectivo, que sin ustedes simplemente no se hubiera concretado.

A MIS AMIGOS Y COLEGAS JORGE Y ESTEBAN:

Por la valiosa ayuda y compañía que me brindaron a lo largo de esta etapa.

AGRADECIMIENTOS

AL DR.IVAN SAN MARTÍN CORDOVA:

Por que el gusto por la teoría de la arquitectura solo se aprende de un hombre apasionado por ella.

AL DR.ÁLVARO SÁNCHEZ GONZÁLEZ:

Por creer en los jóvenes y ayudarles a concretar sus utopías, gracias por compartir sus vastos conocimientos con la juventud.

EN MEMORIA:

A MI ABUELO ARMODIO:


Por el bagaje genético, cultural, artístico que aportaste ami gusto por la Arquitectura.
Nunca olvidare las visitas a tu estudio, ese olor a oleo, obras incompletas, tus pinceles en movimiento,
esos fuertes colores, todo eso me enseño una forma de expresión.
El tiempo pasara y siempre en mis recuerdos estarás.

A MI HERMANO VICTOR:

Por que la amistad es difícil de encontrar, contigo encontré más que un amigo, un hermano
fiel que estuvo en todos los momentos difíciles y fáciles.
Te me adelantaste pero en algún momento estaremos juntos otra vez.

CENTRO INTEGRAL VIZCAÍNAS

rehabilitar el centro histórico

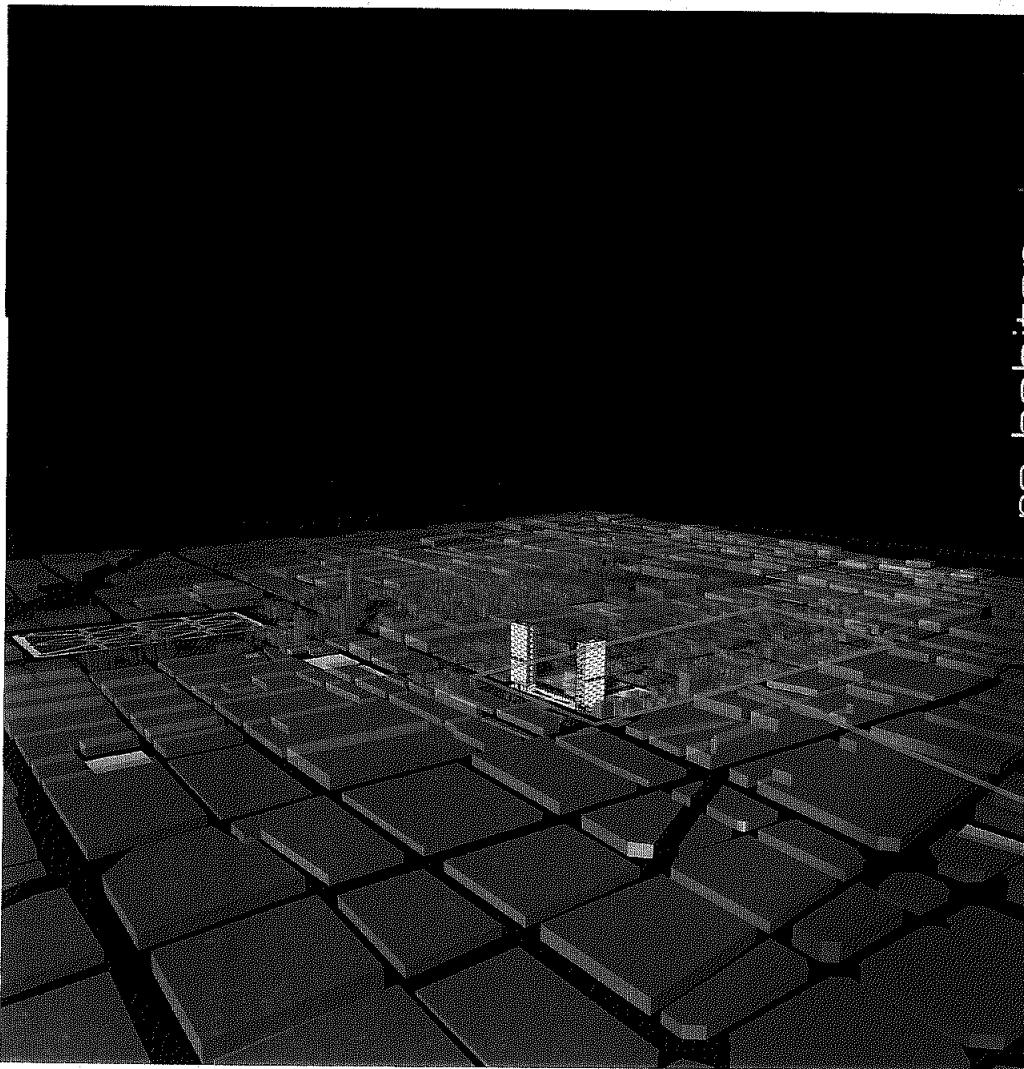

"Imaginación es más importante que el conocimiento. Conocer es limitado, imaginar engloba al mundo"

Albert Einstein

ÍNDICE

ÍNDICE

prólogo	1	35-103	capítulo 5 PROPIUESTA DE INTERVENCIÓN
introducción	2		5.1 concepto general de intervención. 5.2 propuesta urbana de intervención. 5.3 propuesta arquitectónica de intervención. 5.3.1 Proyecto de intervención en el Colegio de las Vizcaínas 5.3.2 Proyecto arquitectónico Torres Polifuncionales. 5.3.2.1 criterio de diseño 5.3.2.2 zonificación 5.3.2.3 programa arquitectónico 5.3.2.4 presupuesto, honorarios y mantenimiento. 5.3.2.5 proyecto arquitectónico 5.3.2.6 proyecto estructural 5.3.2.7 proyecto instalaciones.
capítulo 1 antecedentes históricos del Centro Histórico de la ciudad de México.	3-11		
capítulo 2 situación actual del Centro Histórico de la ciudad de México.	12-14		
capítulo 3 estrategia general para la recuperación del Centro Histórico.	15	104	conclusiones
capítulo 4 análisis del sitio :	16-34	105	bibliografía
identificación de la zona de intervención 4.1 reconstrucción histórica del sitio 4.2 diagnóstico general 4.3 estado de deterioro urbano 4.3.1 estado de deterioro arquitectónico 4.3.2 análisis urbano 4.4 zonificación 4.4.1 áreas verdes 4.4.1.1 estacionamientos 4.4.1.2 vivienda 4.4.1.3 comercio 4.4.1.4 equipamiento 4.4.1.5 oficinas 4.4.1.6 hoteles 4.4.1.7 iglesias 4.4.1.8 predios abandonados 4.4.1.9 vialidades 4.4.2 transporte 4.4.3			

PRÓLOGO

ESTUDIO
CULTURAL
DE
MÉXICO

El centro histórico significaba el punto de mayor jerarquía de la ciudad y del espacio metropolitano durante muchos años, lugar donde convergían las actividades económicas, políticas, culturales y religiosas.

Hoy, sin embargo, el centro histórico es un espacio que da muestras innegables del deterioro en las condiciones de vida de sus habitantes, y manifiesta uno de los procesos de despoblamiento más agudo de la ciudad.

En la segunda mitad del siglo XX se manifestaron los cambios más radicales , el centro histórico dejó de ser el corazón económico, político y social de la ciudad, condenándolo a una inminente decadencia.

INTRODUCCIÓN

2

Para la rehabilitación y regeneración del centro histórico es necesaria una serie de modificaciones de índole urbano arquitectónico, logrando así un centro más seguro, más deseable de habitar y que oferte un mayor número de actividades que equilibren la situación comercial actual. De esta forma el centro no será más un catálogo de productos temáticos calle a calle, sino un lugar de diversión y reunión, donde existan mucho más objetivos tanto para visitarlo, como para que una población residente se propague.

El centro histórico se llenara de vida, tanto de día como de noche, con espacios de calidad para usuarios y visitantes.

La rehabilitación del centro histórico es costosa pero necesaria, en tanto constituye una responsabilidad histórico - social. El modelo de intervención para la regeneración de los centros históricos debe poner énfasis en el desarrollo de mecanismos de financiamiento, de acuerdo con las líneas estratégicas fijadas por un Plan Maestro. Esto quiere decir que, dependiendo de su localización, antecedentes históricos, potencial de desarrollo y tipología, algunas zonas deberán ser objeto de programas de recuperación o renovación impulsadas por inversiones tanto públicas como privadas, nacionales o internacionales, y otras exclusivamente de programas financiados por el presupuesto público.

CAPÍTULO 1

ANTCEDENTES HISTÓRICOS DEL CENTRO HISTÓRICO DE LA CIUDAD DE MÉXICO


El origen de la ciudad de México se remonta por lo menos a 100 años de antigüedad, las crónicas refieren la fundación de México - Tenochtitlan, ocurrió probablemente en el año 2 calli (2 casa), equivalente al año 1325 d.c.

México - Tenochtitlan fue una ciudad insular unida a la tierra firme por imponentes calzadas que tenían una doble función, a la vez que servían de lazo de comunicación, contenían y regulaban las aguas del lago.

El trazo de la ciudad estaba dedicado a los cuatro puntos cardinales, siguiendo las antiguas tradiciones religiosas y urbanas. Al centro de la ciudad se localizaba un gran recinto ceremonial de forma cuadrangular con numerosos templos y edificios complementarios.²

En sus lados sur y poniente estaban los palacios de los gobernantes y de la administración pública, y más allá, circundando todo el conjunto, las manzanas habitacionales de cuatro sectores urbanos: Cuepopan, Atzacoalco, Moyotlan , Zoquipán.³

La población fue incrementándose y pronto requirió más terreno, por lo que se dio a la tarea de construir "chinampas" en torno a la isla, las cuales eran hechas a base de varas y carrizos, sobre el cual sembraban y construían sus chozas.

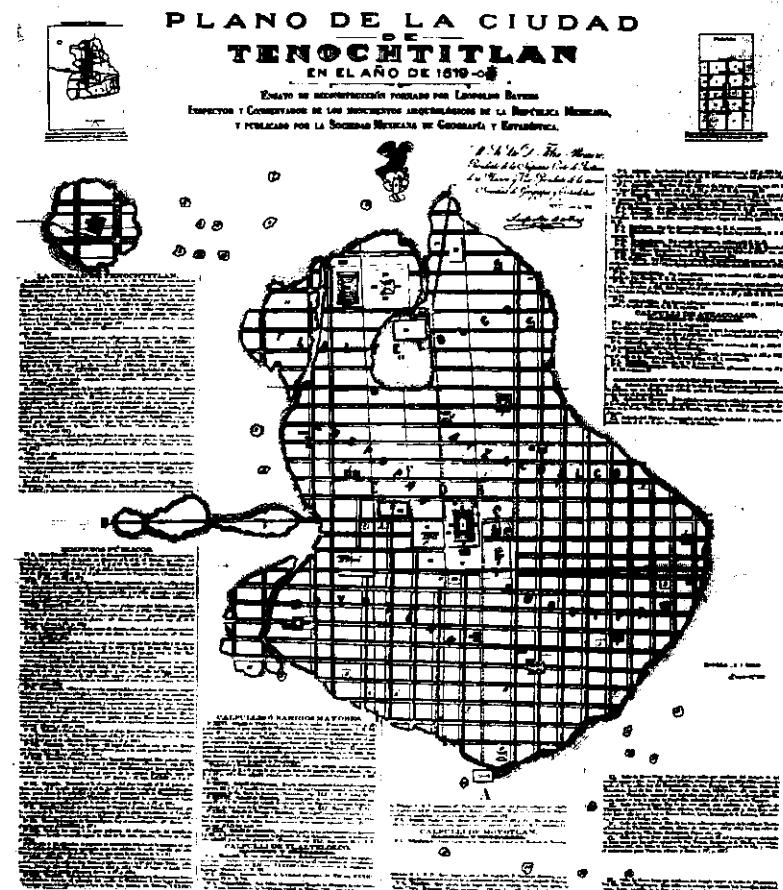

PLANO DE LA CIUDAD DE TENOCHTITLAN EN EL AÑO DE 1519.
HECHO POR LEOPOLDO BATRES EN 1892, A UNA ESCALA DE
1:7500. ARCHIVOS DE PLANOS DEL INAH.

Al principio del siglo XVI, poco antes de la llegada de los españoles, México - Tenochtitlan contaba con un gran conjunto ceremonial rodeado por una muralla en cuyo interior destacaba el templo de Huitzilopochtli (dios de la guerra.) y el templo de Tlaloc (dios de la lluvia.)⁴

1. GROVE, DAVID C. "AGRICULTURA DE JARDINES FLOTANTES EN CHINAMPAS PREHISPÁNICAS". CARLOS JAVIER GONZÁLEZ (COPILADOR) p.258.

2. PARLEM, ÁNGELO. "OBRAZAS HIDRÁULICAS PREHISPÁNICAS EN EL SISTEMA LACUSTRE DEL VALLE DE MÉXICO". EN MÉJICO PREHISPÁNICO: EVOLUCIÓN ECOLÓGICA DEL VALLE DE MÉXICO. CAP. 8. P.185-217.


3. LOMBARDO DE RUIZ, SONIA. "DESARROLLO URBANO DE MÉJICO-TENOCHTITLÁN", SEGÚN LAS FUENTES HISTÓRICAS. P.14-462.

4. JAVIER VILLALOBOS. "CENTROS HISTÓRICOS EN AMÉRICA LATINA". MÉJICO D.F. P. 52-53.

La toma de la Gran Tenochtitlan fue el 13 de agosto de 1521, los mexicanos enfrentaron el ataque de los españoles que dio un resultado funesto. Con la destrucción casi total de la ciudad, sólo quedaron como muestra de la grandeza azteca las enormes moles de los teocallis del centro ceremonial y los edificios principales de maciza construcción.⁵


Meses después los españoles tenían la duda de dónde construir la nueva ciudad si en Coyoacán, Tacubaya, o bien, en el actual centro histórico de la ciudad. Sus razones para fundar la nueva ciudad en la destruida, fueron: 1. aprovechar las ventajas que proporcionaba la ubicación de la isla en medio de la laguna, de manera que pudieran defender la ciudad en caso de algún ataque, 2. la fácil conducción de alimentos y comestibles; "que si Dios nuestro señor fue ofendido con sacrificios e idolatrías, que fuera en el mismo lugar donde su santo nombre fuera alabado."

Conservar también el nombre de Tenochtitlan por la influencia que tenían en todo el imperio mexica.⁶

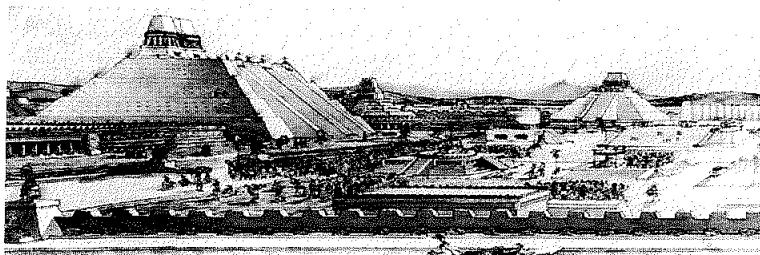

"EL TEMPLO MAYOR DE MÉXICO TENOCHTITLÁN".

"LA CIUDAD APARECE REPRESENTADA EN 1520, TIENE EL TÍTULO
"ANTIENT MÉXICO, ES UN GRABADO A COLOR DE LA COLECCIÓN
"LA CIUDAD DE MÉXICO VISTA A TRAVÉS DE LOS CARTÓGRAFOS
EUROPEOS DE LOS SIGLOS XVI Y XVII", MUSEO DE LA CIUDAD DE MÉXICO.

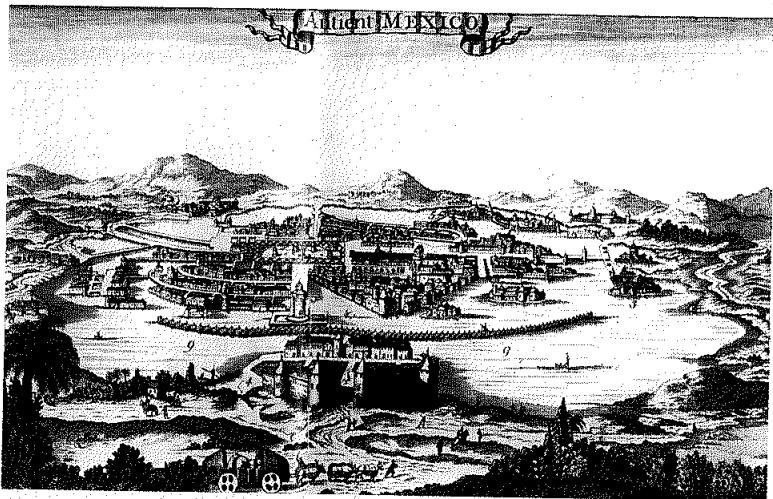

Los conquistadores españoles fundaron en 1524 la ciudad de México sobre la ruinas del centro religioso y de gobierno de los mexicas, siguiendo con su nueva traza el principio de orden existente en la ciudad prehispánica.⁷

La nueva ciudad ocupaba aproximadamente la cuarta parte de lo que fue el espacio urbanizado de México - Tenochtitlan; al centro de la isla se encontraba la ciudad española, rodeada al norte, oriente y sur por asentamientos de población mexica derrotada y marginada del desarrollo social, económico y urbano de los españoles.⁸

5. ENRIQUE ESPINOSA LÓPEZ. "CIUDAD DE MÉXICO". COMPENDIO CRONOLÓGICO DE SU DESARROLLO URBANO 1521-1980. P.4-7.


6. LUCAS ALAMÁN, DISERTACIONES- OCTAVA DISERTACIÓN. P.159.

7. GONZÁLEZ POZO, ALBERTO. "LA TRAZA DEL CENTRO HISTÓRICO. HUELLA DE LA EVOLUCIÓN URBANA DE LA CIUDAD DE MÉXICO." EN EL CENTRO HISTÓRICO AYER, HOY Y MAÑANA. P.75-82.


8. GONZÁLEZ ARAGÓN, JORGE. "LA CULTURA URBANÍSTICA EN LA CIUDAD DE MÉXICO EN EL SIGLO XVI", EN LA ODISEA IBEROAMERICANA. ARQUITECTURA Y URBANISMO. P.42.

La traza nueva de la ciudad fue reorganizada a partir de una retícula cuyo origen estaba en el ángulo noreste de la plaza mayor donde se cruzaban los ejes del trazo prehispánico, en el "ombligo de la ciudad". La catedral ocupaba el sitio principal en el extremo norte de la plaza, quedando ésta delimitada por los principales edificios públicos y privados.

Con base en esa estructura ortogonal fueron trazadas calles y manzanas, y éstas a su vez, divididas en solares destinados a los primeros colonizadores y sus descendientes.

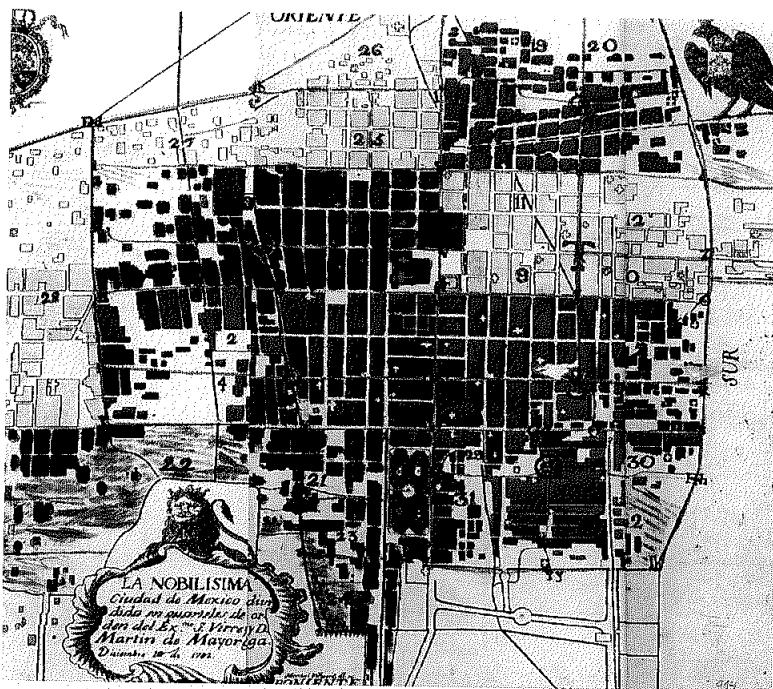


"REPRESENTACIÓN PICTÓRICA DE LA PLAZA MAYOR HACIA FINES DEL SIGLO XVII VISTE DESDE EL PORTAL DE MERCADERES, HECHO A FINES DEL XVII POR VILLALPANDO."

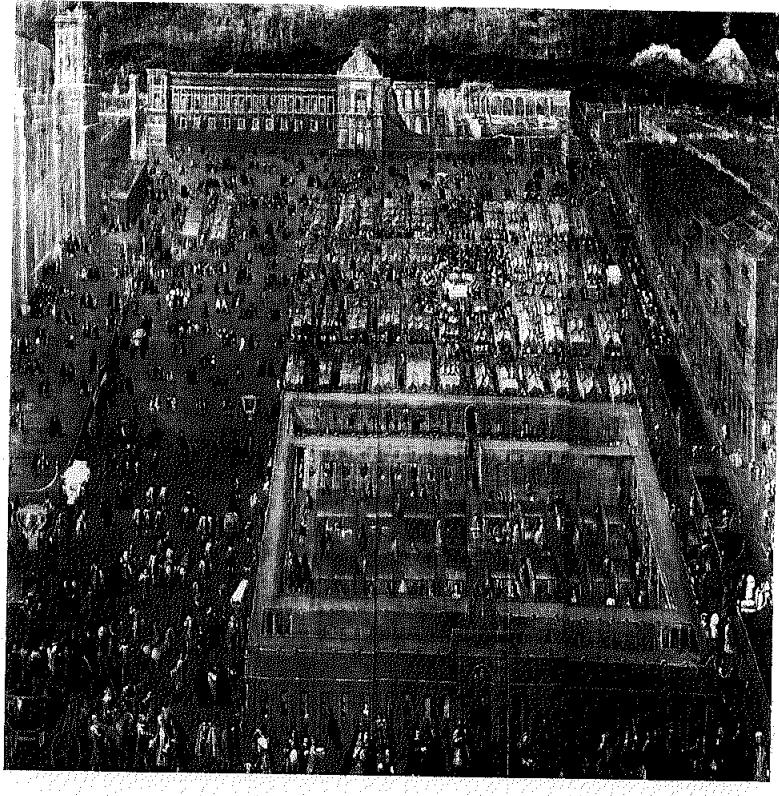


Durante el siglo XVI y XVII la ciudad se fue consolidando poco a poco. La bizarra arquitectura militar de los españoles fue dando paso a la arquitectura civil y religiosa, las iglesias de los conventos y de las instituciones parroquiales dieron nombre a calles y barrios, y junto con las numerosas plazas se convirtieron en las principales referencias urbanas.

A partir del siglo XVII la arquitectura religiosa y civil fue haciéndose cada vez mejor, los gremios de albañiles, canteros, doradores y herreros entre otros, fueron, depurando su oficio y adecuándolo a las necesidades locales.⁹

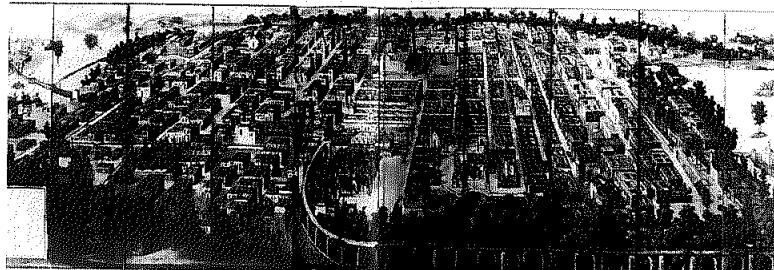

La ciudad del período colonial alcanzó su máximo esplendor durante el siglo XVIII, cuando las ricas familias de mineros, hacendados y comerciantes construyeron magníficos palacios y casonas. En este entonces las necesidades funcionales y las costumbres de la época marcaron las soluciones tipo lógicas de la vivienda de las clases altas y medias; todos esos edificios tuvieron el mismo esquema arquitectónico, consistente en uno o más patios cuadrangulares delimitados por corredores porticados que daban acceso a los distintos espacios de habitación, trabajo y servicio. En aquellas casonas y palacios, el espacio habitacional se compartía con las actividades administrativas, comerciales o manufactureras de sus ocupantes.¹⁰

"PERSPECTIVA DE LA CIUDAD VISTA DESDE CHAPULTEPEC, EN LA QUE SE OBSERVAN CALLES, CALZADAS, ACUEDUCTOS, ACEQUIAS, EDIFICIOS PRINCIPALES, SU TÍTULO ES 'LA MUY NOBLE Y LEAL CIUDAD DE MÉXICO' REALIZADO EN EL SIGLO XVII."

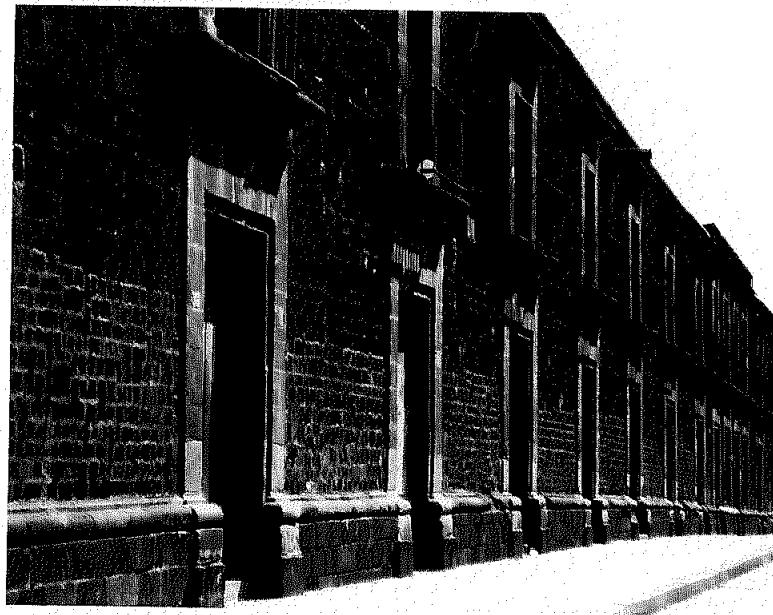


"VISTE DEL COLEGIO DE SAN IGNACIO DE LOYOLA O COLEGIO DE LAS VIZCAÍNAS, SU DISPOSICIÓN DE TAZA Y PLATO."

La solución más común en los locales ocupados por los pequeños comerciantes y artesanos fue tener en el mismo sitio el lugar de trabajo y su vivienda en el tapanco. A este tipo de soluciones de habitación y trabajo se les llamó popularmente viviendas de "taza y plato", un ejemplo notable de esa modalidad se puede ver en el Colegio de las Vizcaínas, en donde el arquitecto diseño setenta viviendas, dispuestas en tres costados del Colegio, para contribuir con sus alquileres a la subsistencia de esa institución de beneficencia.

9. JAVIER VILLALOBOS. "CENTROS HISTÓRICOS EN AMÉRICA LATINA", MÉXICO D.F., P.34


10. ALEJANDRO SUÁREZ PAREYÓN. "LOS CENTROS VIVOS", ALTERNATIVAS DE HÁBITAT EN LOS CENTROS ANTIGUOS DE LAS CIUDADES DE AMÉRICA LATINA. MÉXICO D.F., P.102

En el siglo XIX se caracterizó por las guerras internas y la defensa del territorio por las potencias norteamericanas y europeas, también fue el siglo de la construcción de una nación independiente y de la modernización del Estado Mexicano. Durante la segunda mitad del siglo XIX, la ciudad se transformó radicalmente; los conventos fueron fraccionados y subastados junto con las casonas. Las familias ricas dejaron la ciudad y emigraron a sus residencias campestres, los viejos edificios fueron divididos y adaptados por sus nuevos propietarios para multiplicar el número de viviendas y accesorias en alquiler.

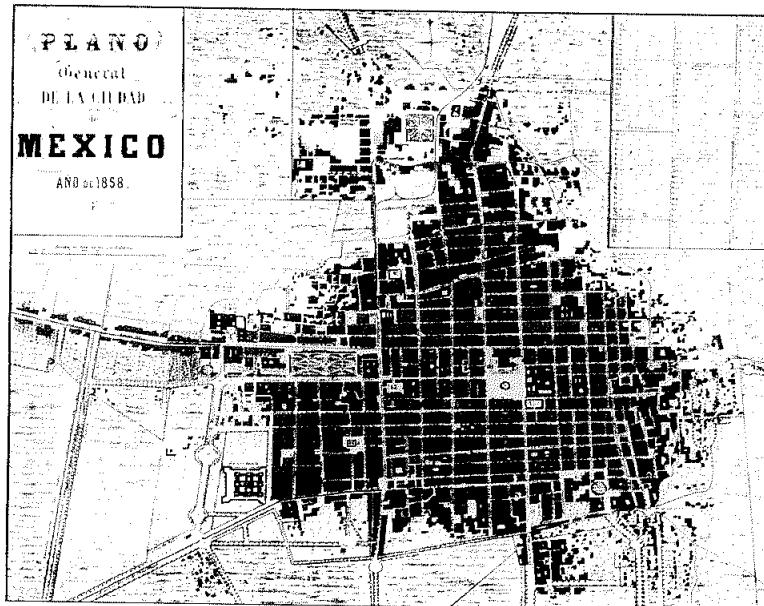

"PLANO GENERAL DE LA CIUDAD DE MÉXICO AÑO 1858, CUYO AUTOR FUE MARCOS ARRIBIS."

Al finalizar el siglo XIX comienza a poblararse nuevas áreas hacia el poniente de la ciudad y surgen nuevos barrios denominados colonias, como la Guerrero, Santa María, San Rafael, Juárez y Roma.

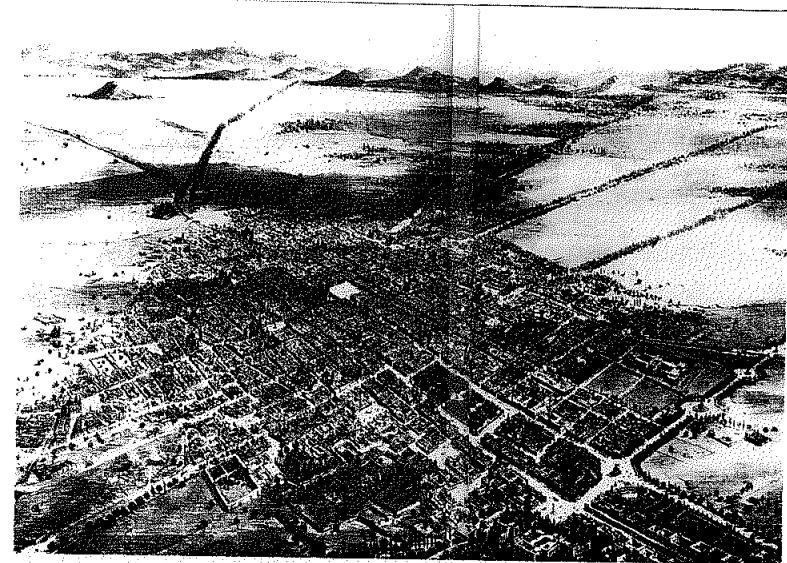

"PANORAMA DE LA CIUDAD DE MÉXICO TOMADA EN GLOBO, HECHA POR CASIMIRO CASTRO EN 1856."

El siglo XX, es el siglo de la modernidad, grandes obras públicas, servicios urbanos básicos, transporte, equipamiento social, edificios públicos y mejoramiento de los espacios y el surgimiento y desarrollo de las nuevas colonias, fueron las circunstancias para que surgiera una ciudad moderna y nueva.

En los primeros años, la ciudad se encontraba en pleno proceso de expansión, la modernidad no sólo había traído mejoras urbanas sino también la industrialización. En la ciudad antigua se mantenían las principales actividades económicas, administrativas y sobre todo las habitacionales.


La revolución mexicana cortó ese proceso de desarrollo durante más de una década. Entre 1910 y 1920 la actividad constructiva en la ciudad decreció considerablemente.

A medida que la ciudad crecía el casco antiguo de la ciudad se convirtió definitivamente en el CENTRO, lugar donde están los símbolos históricos y culturales de la nación, donde reside el supremo gobierno, se administra al país y a la gran ciudad. Se concentra el comercio especializado y las actividades financieras.



VISTA DE LA PLAZA DE LA CONSTITUCIÓN A PRINCIPIOS DE SIGLO XX.

Durante tres décadas, de 1920 a 1950, el centro de la ciudad de México fue el espacio predilecto para la construcción de los principales edificios públicos y privados. Se abrieron y ensancharon importantes avenidas y los viejos edificios históricos se destruían y sustituían por nuevas construcciones para dar cabida a las funciones que requería la modernidad, los primeros rascacielos se erigían, convirtiendo a la ciudad de México en símbolo de la era moderna.

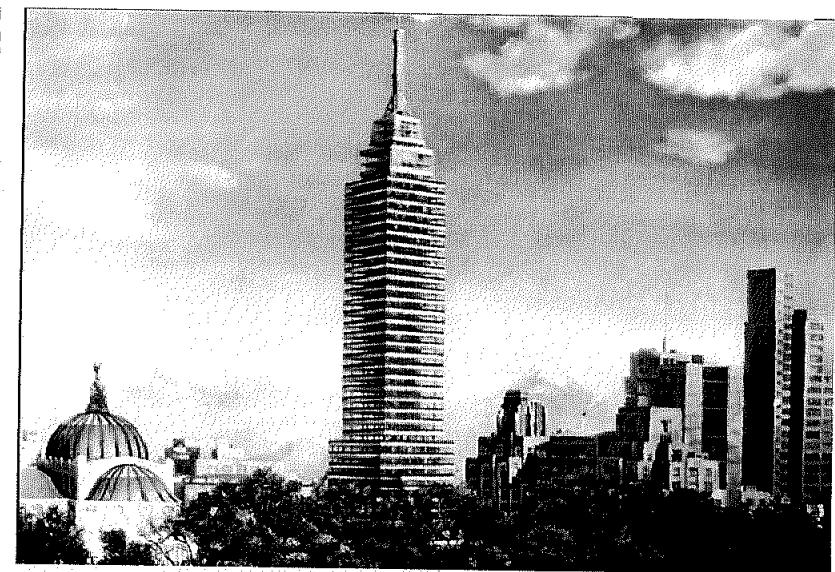

Entre 1900 y 1950 las áreas centrales de la ciudad y en particular ciertos barrios, del ahora llamado centro histórico, fueron lugar de recepción de la migración del campo a la ciudad. A partir de 1950 el flujo migratorio se desplazó a las periferias de la ciudad, contribuyendo así a la expansión metropolitana.

Hasta la década de 1960 en el centro de la ciudad de México se desarrolló una intensa actividad económica, fortalecida por importantes inversiones en obras públicas, pero el crecimiento de la gran ciudad ofreció nuevas áreas para la inversión privada, así, el deterioro urbano en las áreas populares del espacio central se acentuó.



"VISTA AEREA DE LA CIUDAD A PRINCIPIOS DE SIGLO XX."

La década de 1980 también pasará a la historia de la ciudad de México debido a los acontecimientos desastrosos como los sismos de 1985, los sucesos de ese año aceleraron aún más los procesos de deterioro y despoblamiento del centro histórico.

Durante la última década del siglo XX, el centro histórico ha vivido en período de crisis difícil de superar. Demasiados intereses y dinámicas urbanas se conjugan para mantener a esa importante porción del territorio de la ciudad en condiciones de marginación selectiva. Mientras se consolidan pujantes actividades de la economía informal se deteriora la calidad de vida de los habitantes y usuarios de centro.


El centro histórico es un complejo crisol en el que se fundan tradiciones ancestrales y avances del mundo moderno, base de nuestra identidad cultural e historia.

Es obligación de los mexicanos recuperar el Centro Histórico para beneficio de todos. Es un desafío de tal magnitud que requiere el compromiso del gobierno y de la sociedad para actuar de forma conjunta y coordinada.


época prehispánica



época virreinal

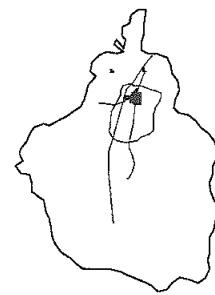

época de maximiliano

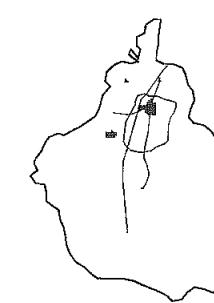

CAPÍTULO I

10

1325


1521

1864

1900




● TEMPLO MAYOR



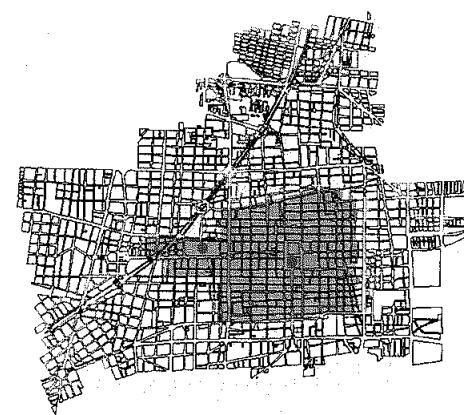


● PLAZA MAYOR


● ALAMEDA CENTRAL

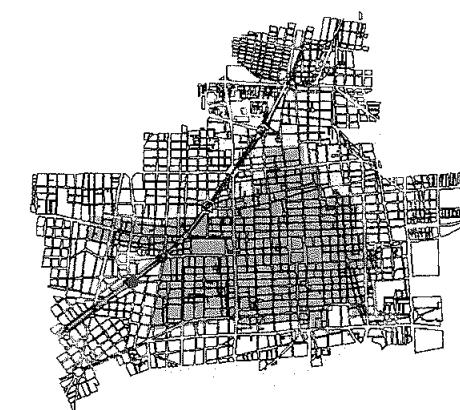


● PASEO DE LA REFORMA

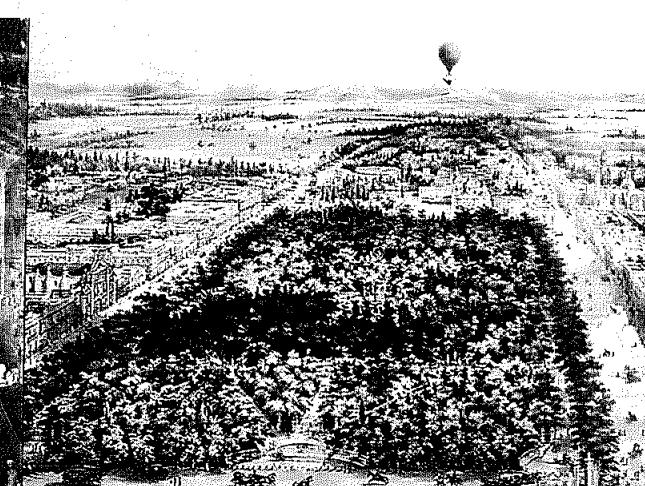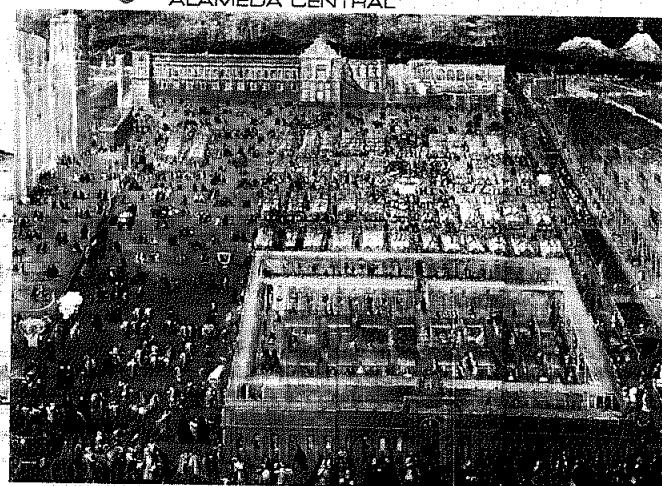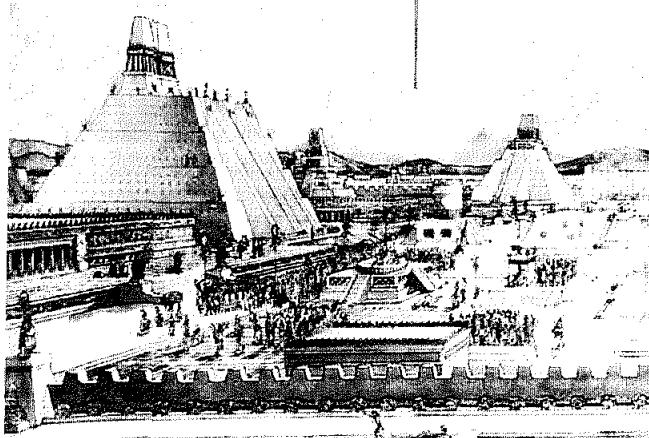


CRECIMIENTO DE LA CIUDAD DE MÉXICO

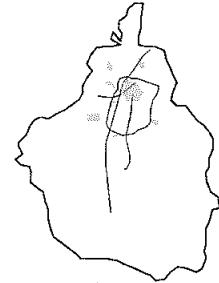

época siglo XX

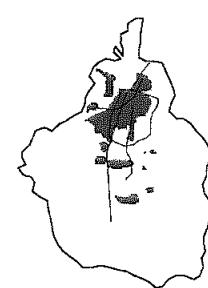

época siglo XXI



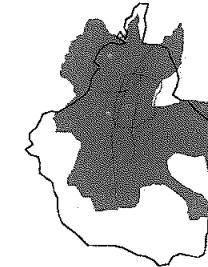


1900

1910

1950



2004

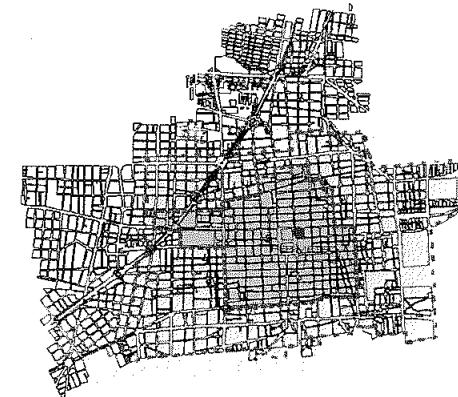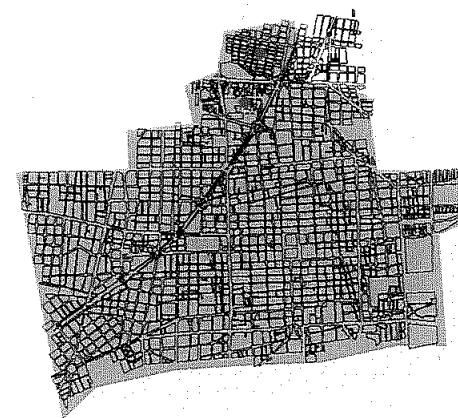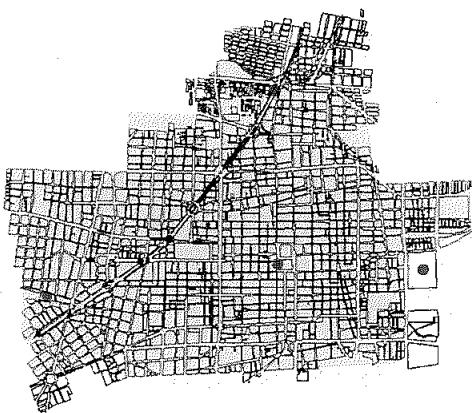

GARITA DE PERALVILLO
ESTACIÓN DE TRANVIAS
F.C. CENTRAL COLONIA
F.C. CENTRAL SAN LÁZARO

● COLONIA PERALVILLO
● UNIDAD HABITACIONAL TLATELÓLCO

● PROYECTO TEMPLO MAYOR

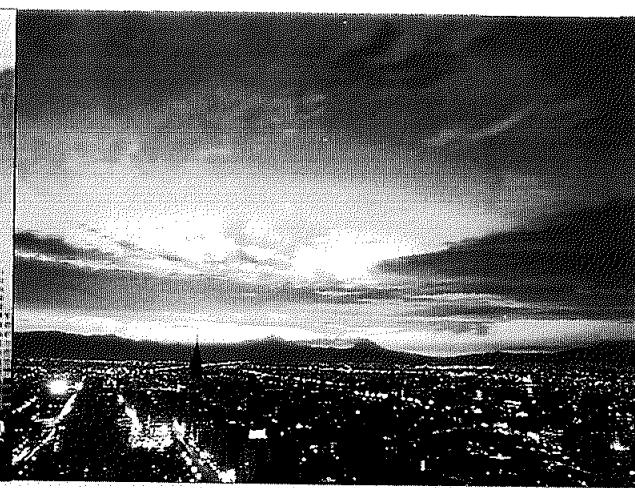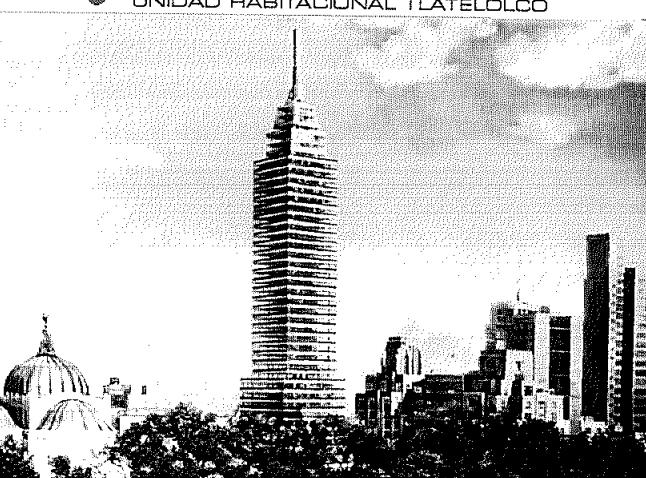

CAPÍTULO 2

SITUACIÓN ACTUAL DEL CENTRO HISTÓRICO DE LA CIUDAD DE MÉXICO.

El Centro Histórico de la ciudad de México, se declaró en 1987 por la UNESCO como Patrimonio Cultural de la Humanidad, debido a la importancia histórica y cultural que representa.

El área ocupa una superficie de 9.7km² con 688 manzanas y alrededor de 9 mil predios, dividida en dos perímetros identificados con las letras A y B.

En el perímetro A se encuentra la mayor concentración de sitios e inmuebles, alcanzando un total de 1681 unidades unas catalogadas y otras en proceso de catalogación. En el perímetro B los inmuebles de valor patrimonial se encuentran más dispersos y la catalogación aún no ha sido actualizada, por lo que el número exacto no se conoce.¹²

La arquitectura y la ciudad son el resultado del comportamiento social que ha sufrido la capital; el crecimiento desmedido ha traído consecuencias lamentables, la necesidad de ampliar la infraestructura y servicios, ha provocado la mala utilización de los ya existentes, llevándolos al deterioro por la falta de mantenimiento y renovación.

La ciudad es víctima de diversas políticas mercantiles de la oferta y la demanda, dando oportunidades a la población de adquirir terrenos a bajo costo en la periferia de la ciudad.

Todo ésto, ha causado a su vez, el abandono inevitable del centro histórico.

Dicho procesos de deterioro y abandono ha cambiado la función social del mismo. Se ha convertido en el gran mercado de las más diversos y especializados artículos, expulsando a sus habitantes ante la oferta de los comerciantes por adquirir viviendas y convertirlas en bodegas y talleres.

El cambio de uso del suelo ha generado que el Centro Histórico se encuentre repleto de día por una masa consumista y vacío durante la noche, con una falta de apropiación del espacio urbano y de los espacios arquitectónicos. La identificación del Centro Histórico como la gran zona comercial ha generado también el crecimiento del comercio informal, el comercio ambulante hoy en día algo incontrolable.

Durante los últimos 20 años se ha perdido la tercera parte de su población. El concepto "despoblamiento" implica pérdida de población y de vivienda, y es un fenómeno característico de la transformación de las áreas centrales.

12. ALEJANDRO SUÁREZ PAREYÓN. "LOS CENTROS VIVOS.", ALTERNATIVAS DE HÁBITAT EN LOS CENTROS ANTIGUOS DE LAS CIUDADES DE AMÉRICA LATINA. MÉXICO D.F., p.107

Algunos fenómenos vinculados con el deterioro urbano del Centro Histórico:

1. La competencia por el control del espacio urbano entre los edificios antiguos y deteriorados, con escaso potencial de aprovechamiento comercial, y la posibilidad de multiplicar el uso rentable del suelo urbano mediante la construcción de edificios de muchos niveles.
2. La aparición de actividades económicas diversas propias de la crisis que van conquistando progresivamente los espacios públicos y limitando a la población residente, tal es el caso del comercio en vía pública.
3. La descentralización, primero a nivel local y luego a nivel regional y nacional, de importantes actividades económicas y generadoras de empleo que tenían su localización en el Centro Histórico.

4. La falta de congruencia entre las leyes y reglamentos de conservación del patrimonio, y las leyes y reglamentos de planeación urbana y de construcción inclusive territorial mente se observa una absoluta incongruencia en la administración del Centro Histórico, pues para efectos de los más elementales aspectos de orden urbano existen entidades de los asuntos públicos.

Todo este deterioro actual del Centro Histórico va acompañado de una serie de problemas sociales, económicos, políticos, físicos y de identidad que aún no se han logrado resolver.

Es urgente una regeneración integral a este sitio de modo que recupere su dignidad e importancia como centro de la identidad e historia de una nación.

Perímetro B

Templos a Iglesias



Templos en el Centro Histórico

CAPÍTULO 3

ESTRATEGIA GENERAL PARA LA RECUPERACIÓN DEL CENTRO HISTÓRICO.

La estrategia general para la recuperación y revitalización del Centro Histórico, consiste en la creación de proyectos integrales que actúen de manera inmediata sobre su entorno y así mejorarlo, deberán estar localizados en zonas específicas que estén en proceso de deterioro y olvido.

Estos proyectos deben funcionar como detonadores de una regeneración expansiva en el tejido urbano del Centro Histórico, generando nuevas ideas y propuestas, las cuales deben ser, a su vez, lo suficientemente fuertes para propagarse expansivamente y así regenerar el contexto, de lo contrario el ambiente que los rodea terminará por afectarlos y absorberlos.


Esta estrategia deberá contener propuestas que proporcionen certidumbre a sectores tanto económico como gubernamentales, incluyendo inversionistas nacionales y extranjeros.

El desafío consiste en lograr que la importancia y jerarquía que este espacio representa para la identidad nacional, sirva como uno de los motores para la reconstrucción o refundación de la metrópoli del nuevo milenio, y no esté destinada a ser el museo de la historia de una ciudad ancestral.


CAPÍTULO 4

ANÁLISIS DEL SITIO.

IDENTIFICACIÓN DE LA ZONA DE INTERVENCIÓN

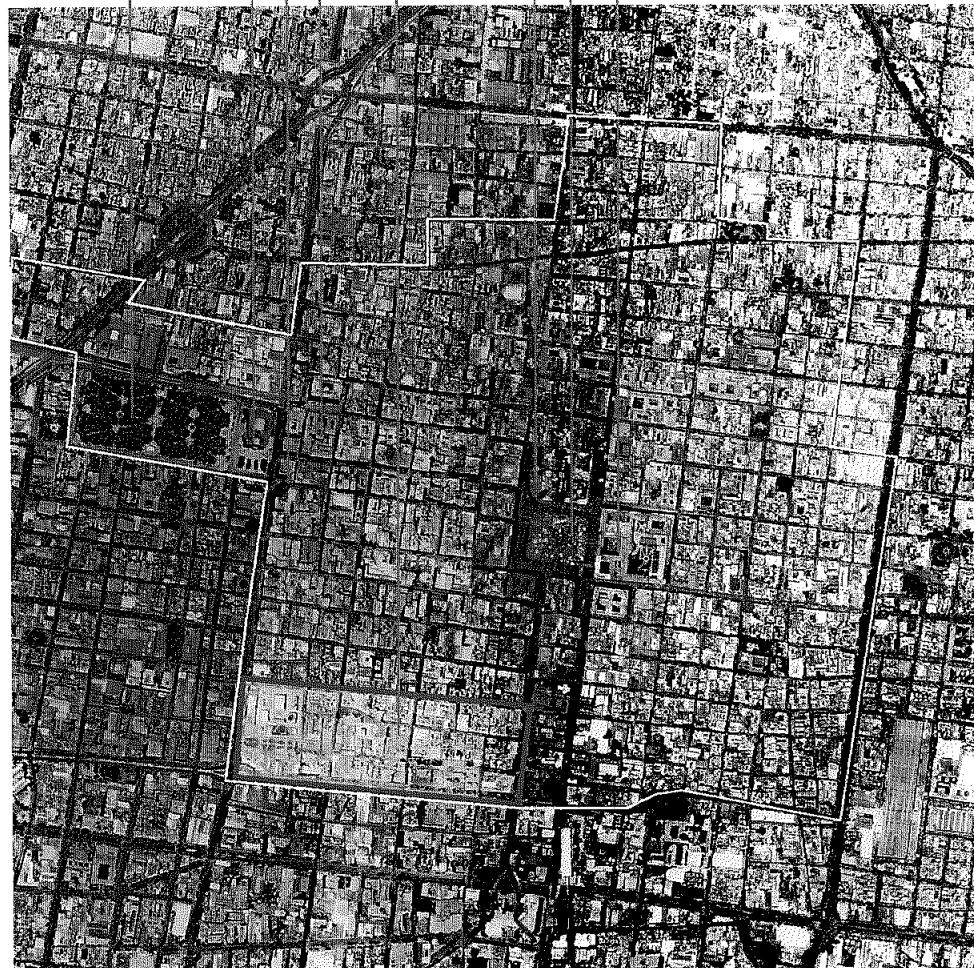

ZONA DE ESTUDIO

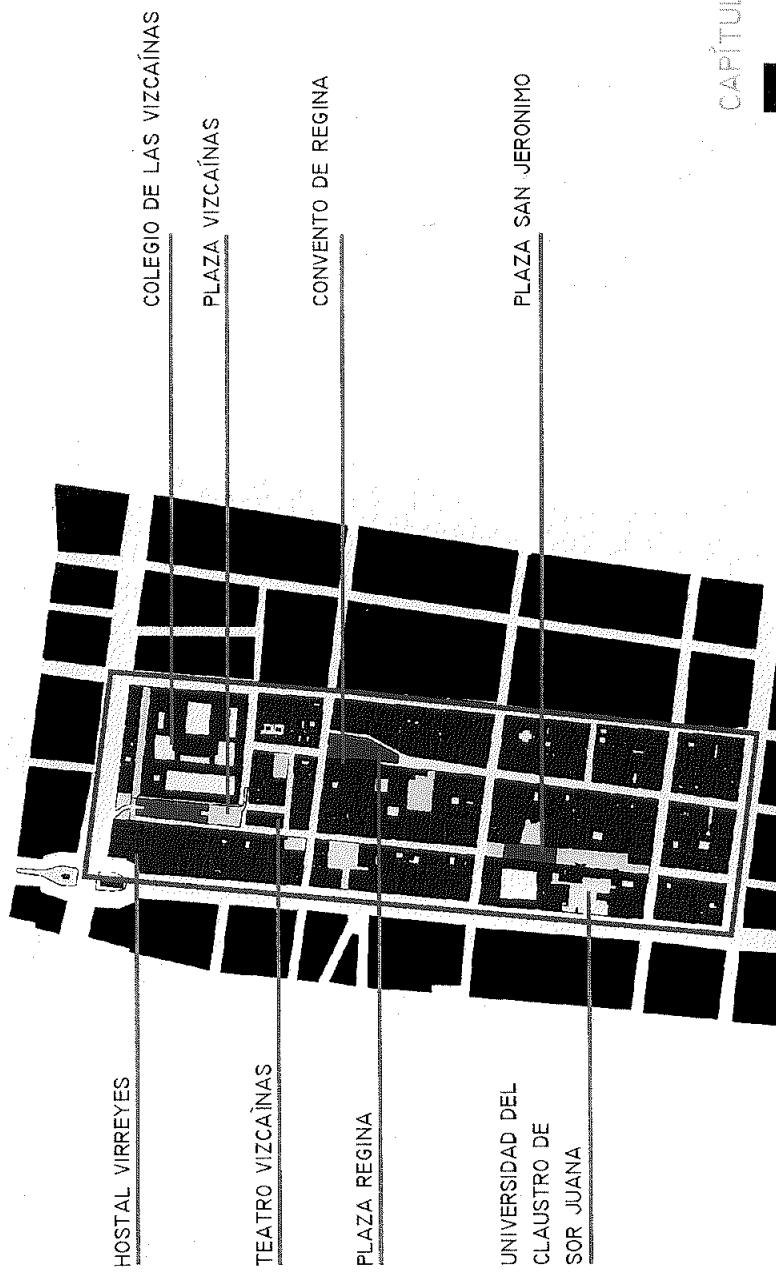

CAPÍTULO 4

16

RECONSTRUCCIÓN HISTÓRICA DEL SITIO

Inmueble proyectado en 1731 por Pedro Bueno Basori, diseñado como escuela laica para niñas, su construcción inició en 1772.

Edificio de arquitectura mestiza del siglo XVIII con una concepción espacial y un programa arquitectónico con tendencia a la autosuficiencia, mediante el arrendamiento de 60 viviendas localizadas al rededor del Colegio.¹³

Las accesorias fueron utilizadas como habitación y taller de los artesanos de la época, entonces se conocían como "casas de taza y plato".¹⁴



"VISTA HACIA EL SUR EN PRIMER TERCIO, EL COLEGIO DE NIÑAS Y SU IGLESIA, EL FONDO SE RECONOCE LA CÚPULA DE LA IGLESIA DE REGINA Y EL GRAN EDIFICIO DEL COLEGIO DE LAS VIZCAÍNAS." LA CIUDAD DE LOS PALACIOS, CRÓNICA DE UN PATRIMONIO PERDIDO

El terreno lodoso, flanqueado por acequias, en que se construyó el Colegio de las Vizcaínas, los temblores y las inundaciones fueron factores que hicieron necesarias varias reparaciones importantes a lo largo de su historia. Entre los arquitectos que intervinieron en las reedificaciones del inmueble podemos mencionar a Antonio González, Ignacio Castera y José del Mazo.

Las primeras reparaciones del edificio son ya necesarias en 1783, posteriormente es afectado por inundaciones en 1789.

Ambos inundaciones y hundimientos, han sido constantes a lo largo de toda su historia. En 1800 un sismo afectó seriamente su estructura.

Fue hasta 1826 que se restauró nuevamente solucionando algunos problemas de desplome.

En 1845 se vuelve a reparar bajo la dirección de Don Lorenzo de la Hidalga.


A partir de 1959, han sido constantes las obras de conservación del inmueble.

Pero a pesar de los cuidados, fue nuevamente afectado por el sismo de 1985, deteriorando gran parte del Colegio.

13. JUSTO GARATE ARRIOLA. "EL COLEGIO DE LAS VIZCAÍNAS Y REAL SEMINARIO."

14. ROSAS LEO "COLEGIO DE LAS VIZCAÍNAS, DOS SIGLOS DE ENSEÑANZA", CENTRO HISTÓRICO AÑO I VOL. I No.4, MÉXICO 1999.

El uso de diversos locales del edificio fue cambiando a través de los años, acorde con la modificación del concepto de educación femenina. La aplicación de las Leyes de Reforma acentuó estas transformaciones con lo que se afectaron la Casa de los Capellanes, la Iglesia, el panteón y la capilla de ejercicios situados en el ángulo sur poniente del conjunto.

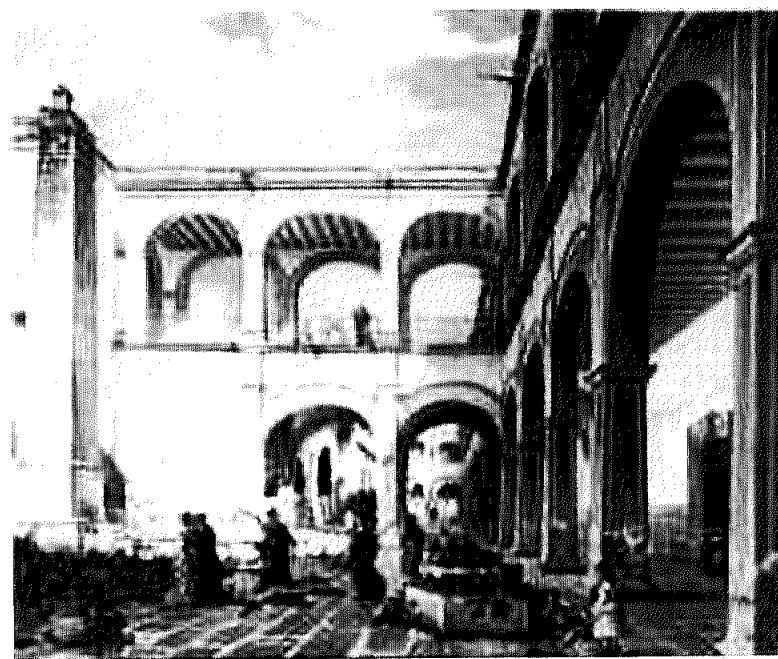

"VISTA DE UNO DE LOS PATIOS DE COLEGIO EN EL SIGLO XVIII".

"VISTA DE UNO DE LOS PATIOS PRINCIPAL".

RECONSTRUCCIÓN HISTÓRICA DEL SITIO



La fuente del patio principal fue reconstruida e inaugurada por Porfirio Díaz el 5 de marzo de 1903, fecha también de la inauguración de un nuevo dormitorio.

En 1905 se derribaron el panteón y la capilla de ejercicios con sus corredores y se construyeron las enfermerías nuevas y un segundo piso que difiere totalmente del resto de la construcción.

El Colegio de las Vizcaínas es una joya de la arquitectura virreinal de la ciudad de México y un ejemplo singular de las instituciones educativas creadas en la Nueva España.

DIAGNOSTICO GENERAL
NIVEL DE DETERIORO URBANO

CAPÍTULO 4

19



ZONA DE MAYOR DETERIORO



ZONA DE REGULAR DETERIORO




ZONA DE MENOR DETERIORO

DIAGNOSTICO GENERAL
ESTADO DE DETERIORO URBANO

CAPITULO 4


20

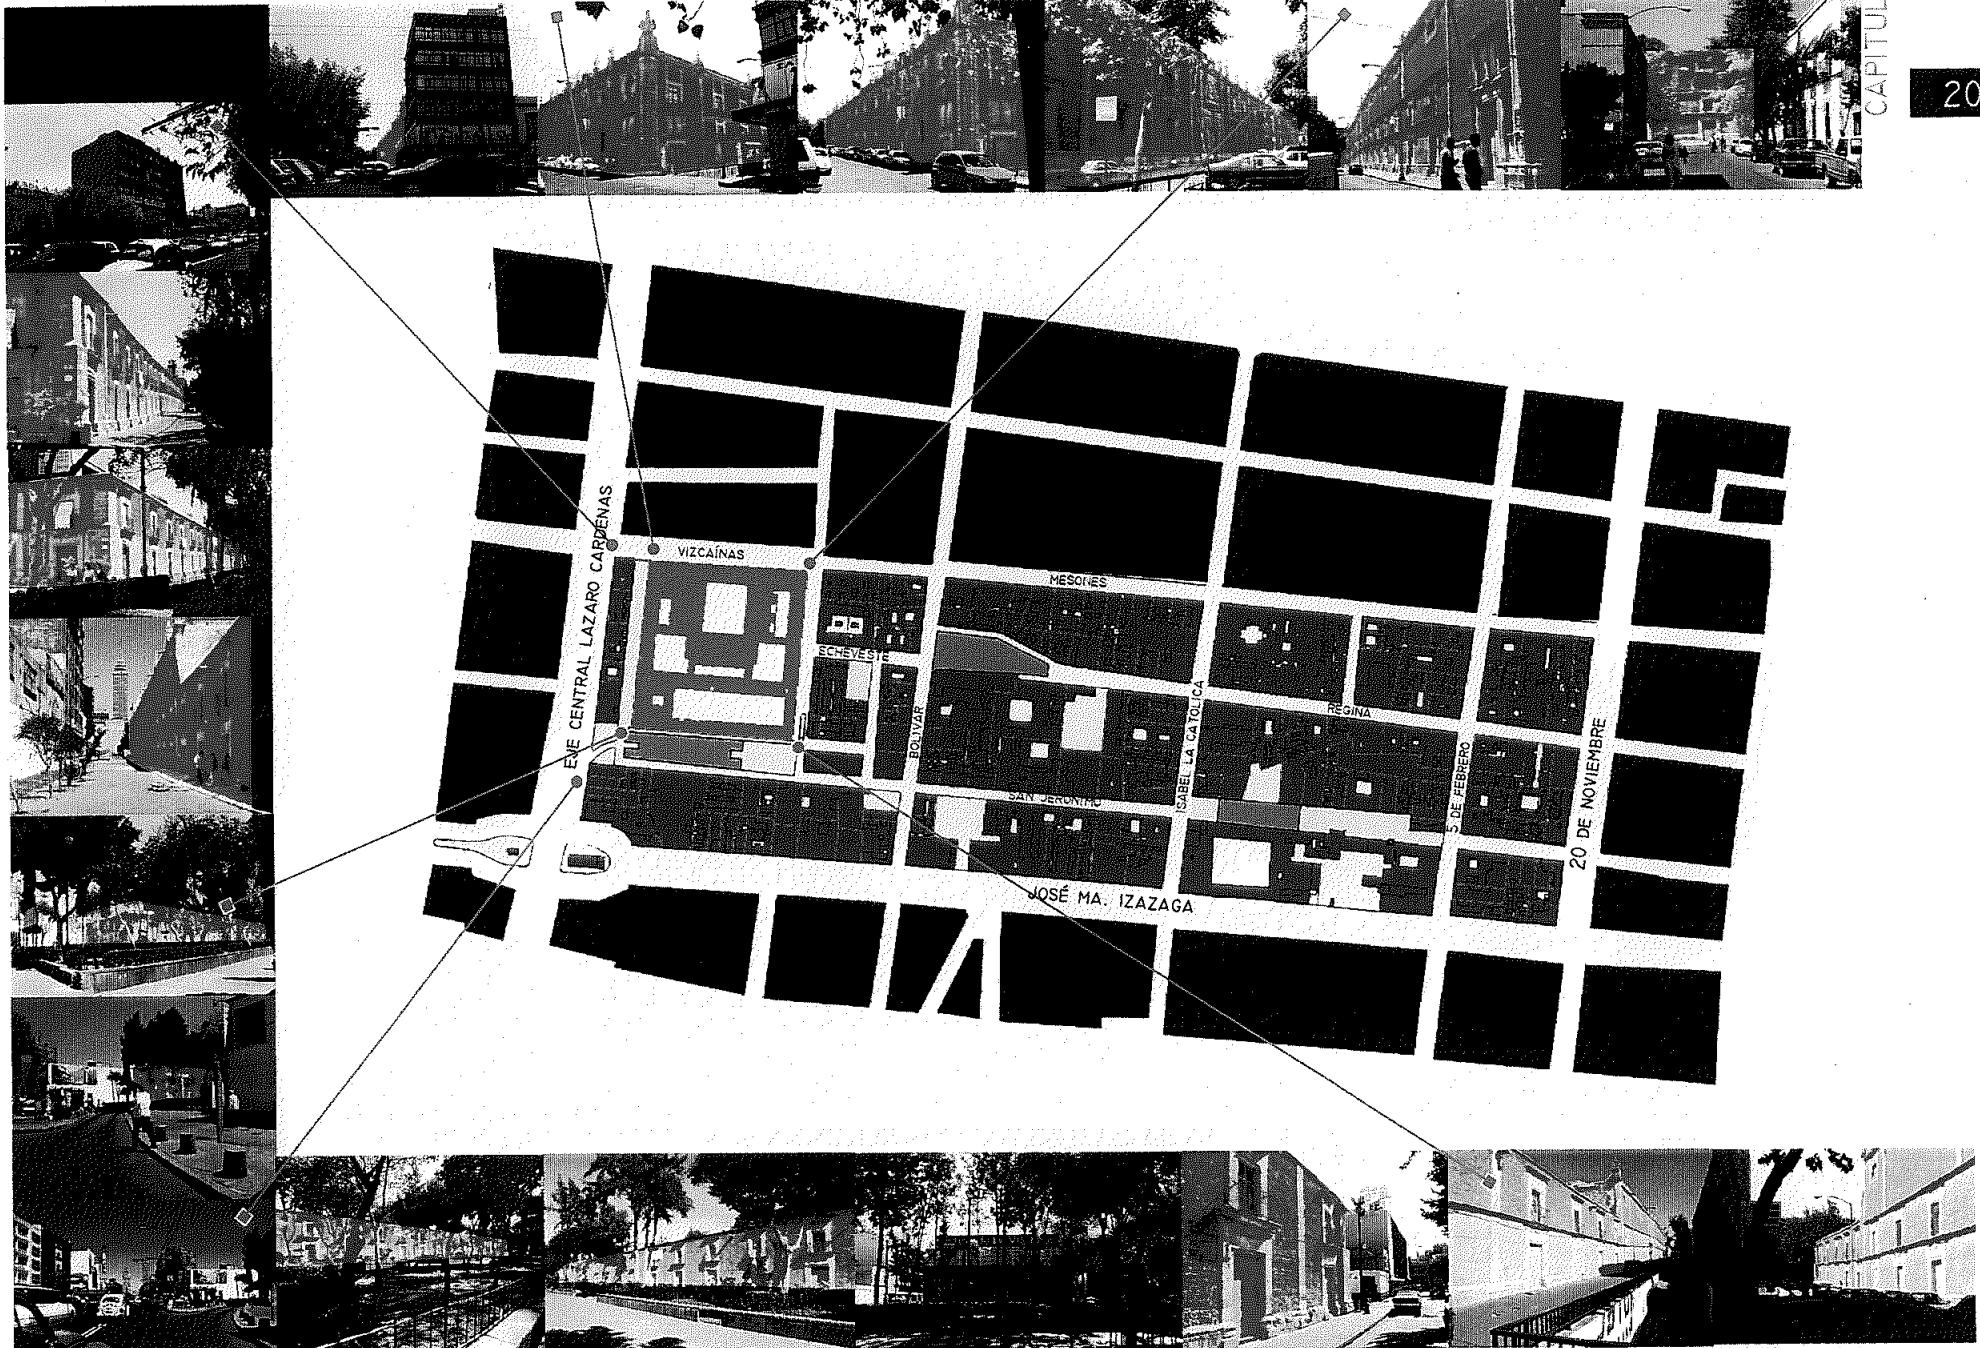

ESTADO DE DETERIORO URBANO

CAPÍTULO 4

21

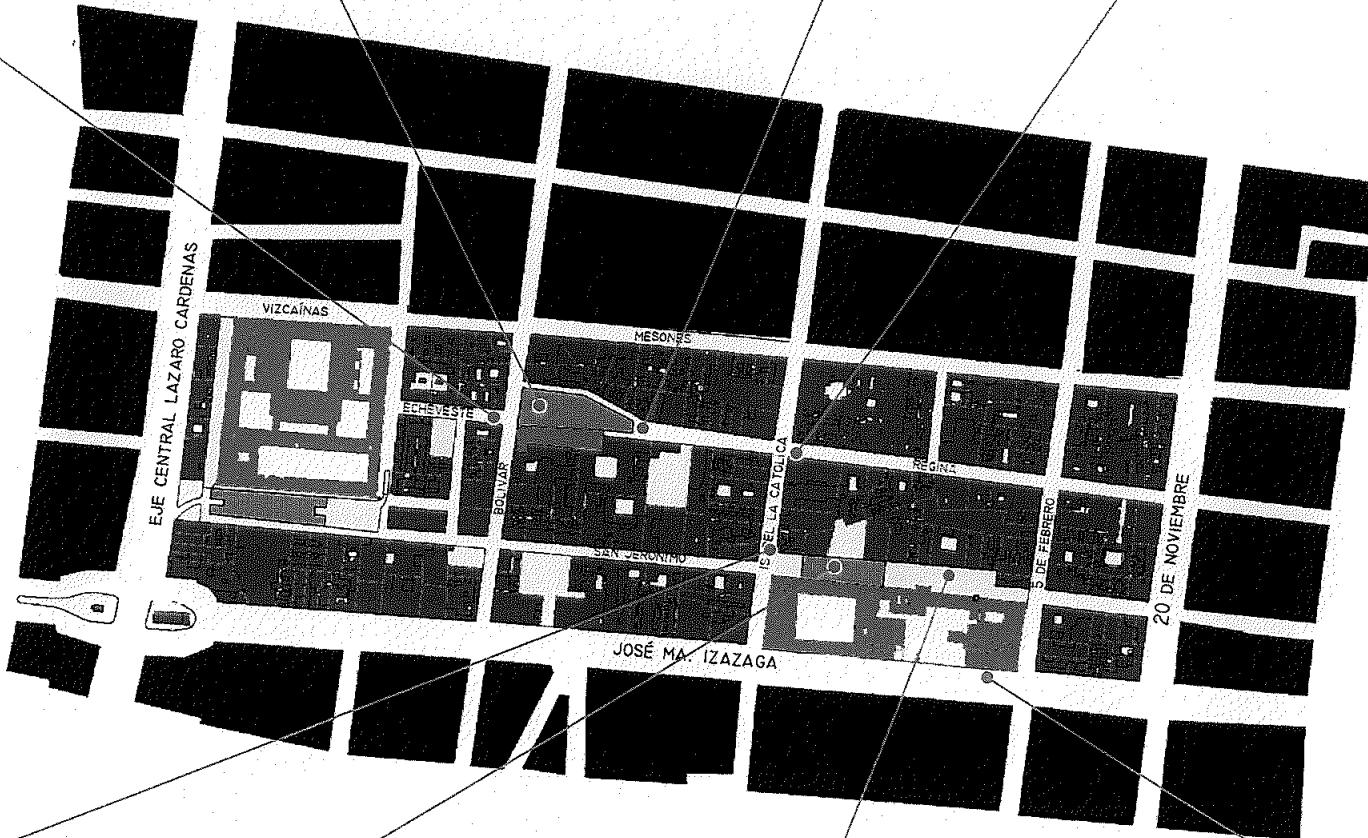


DIAGNOSTICO GENERAL
ESTADO DE DETERIORO ARQUITECTÓNICO

CAPÍTULO 4

22




PATIO DE LOS CAPELLANES

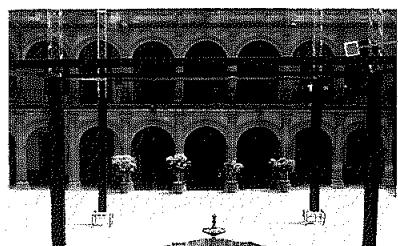


PATIO PRINCIPAL



PATIO DE LOS DEPORTES

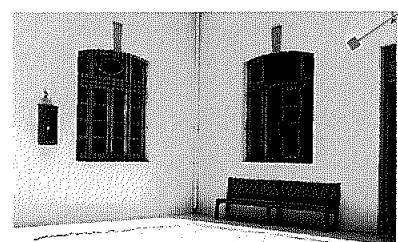

PATIO ENFERMERIA

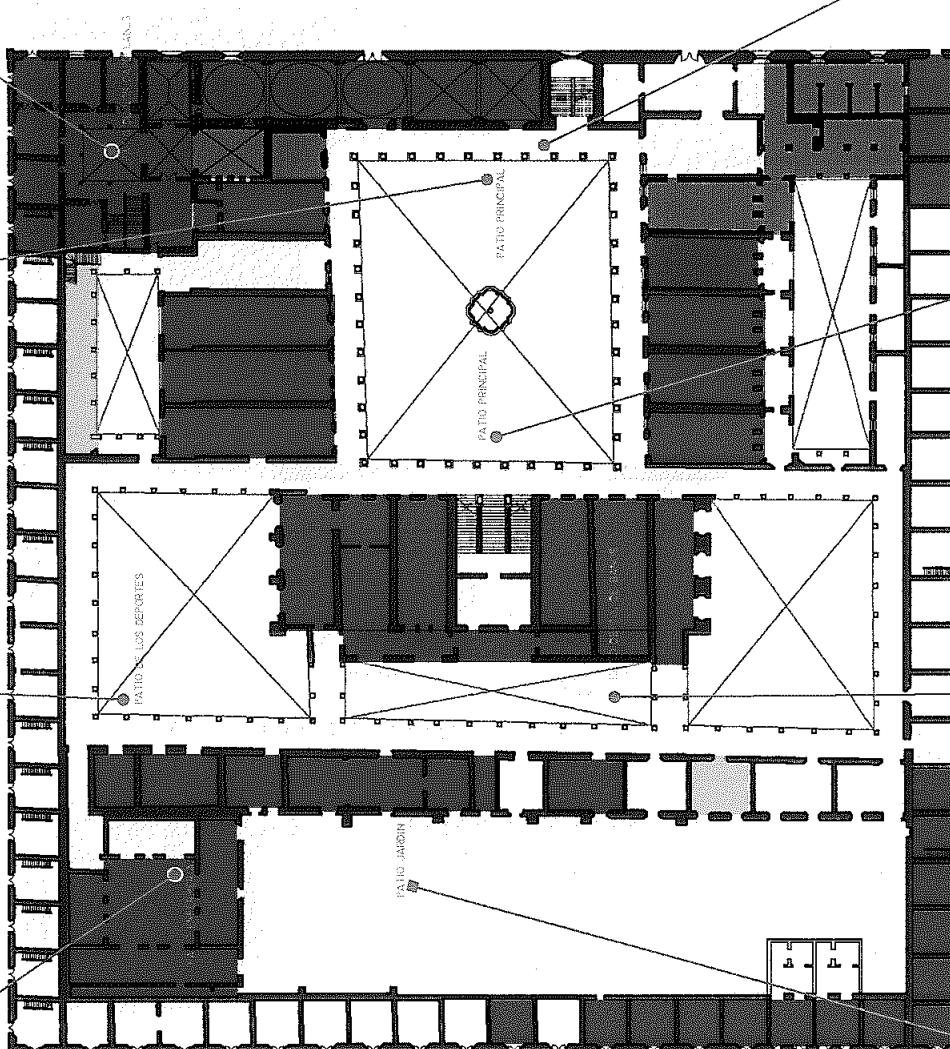

USO ESCOLAR


USO CULTURAL

USO ADMINISTRATIVO


USO SERVICIOS



PASILLO PRINCIPAL

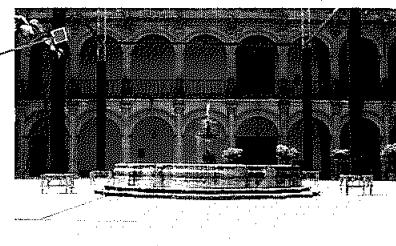

PATIO PRINCIPAL

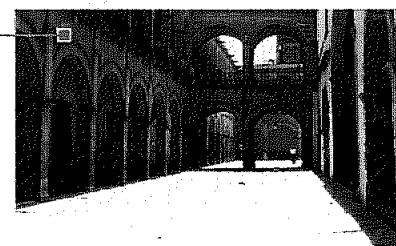

PATIO DE LOS DEPORTES




PATIO JARDIN




PATIO DE LOS DEPORTES



PATIO DEPTO. DE BAÑOS

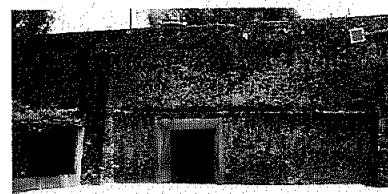

PATIO JARDÍN

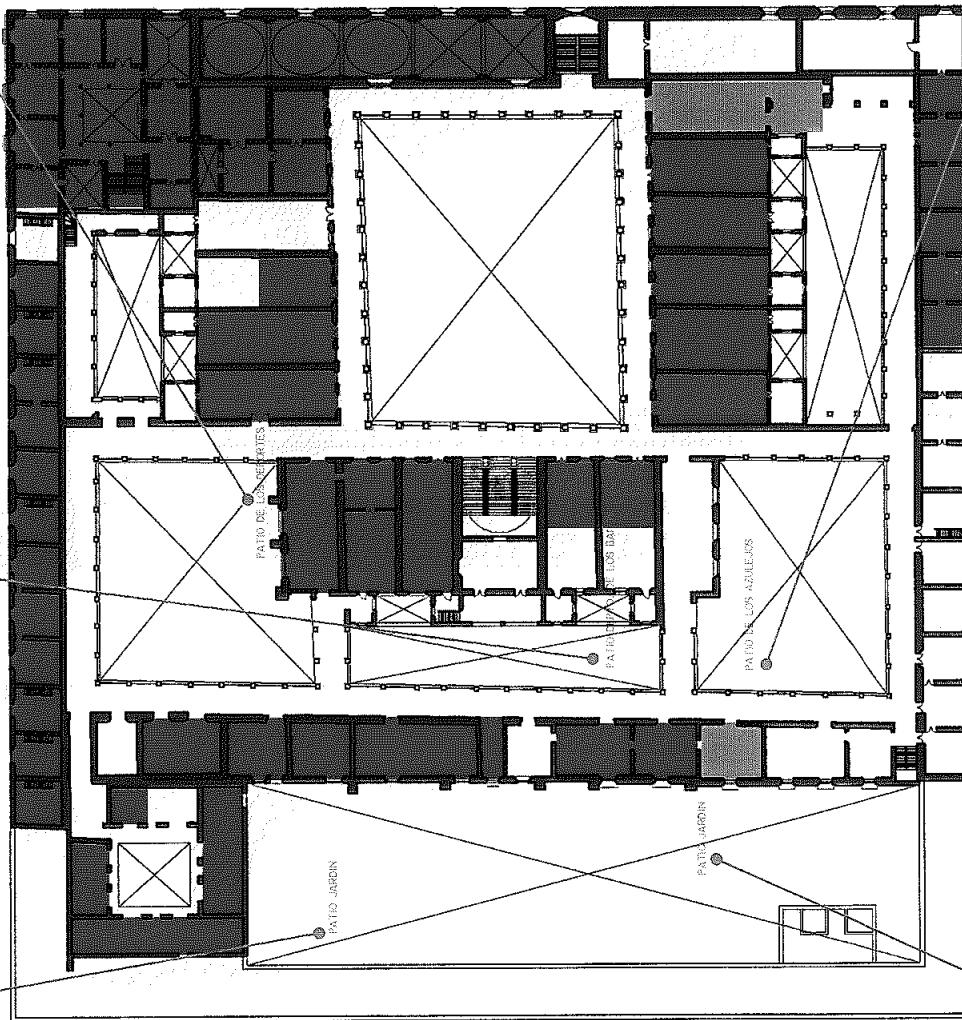


USO ESCOLAR

USO CULTURAL

USO ADMINISTRATIVO



USO SERVICIOS

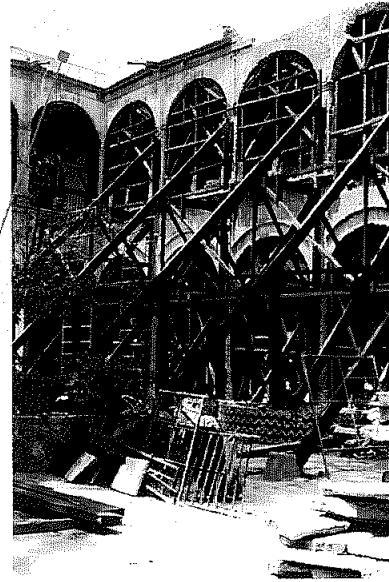


PATIO DE LOS AZULEJOS





PATIO JARDÍN

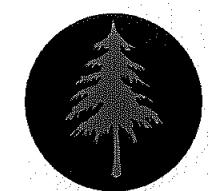
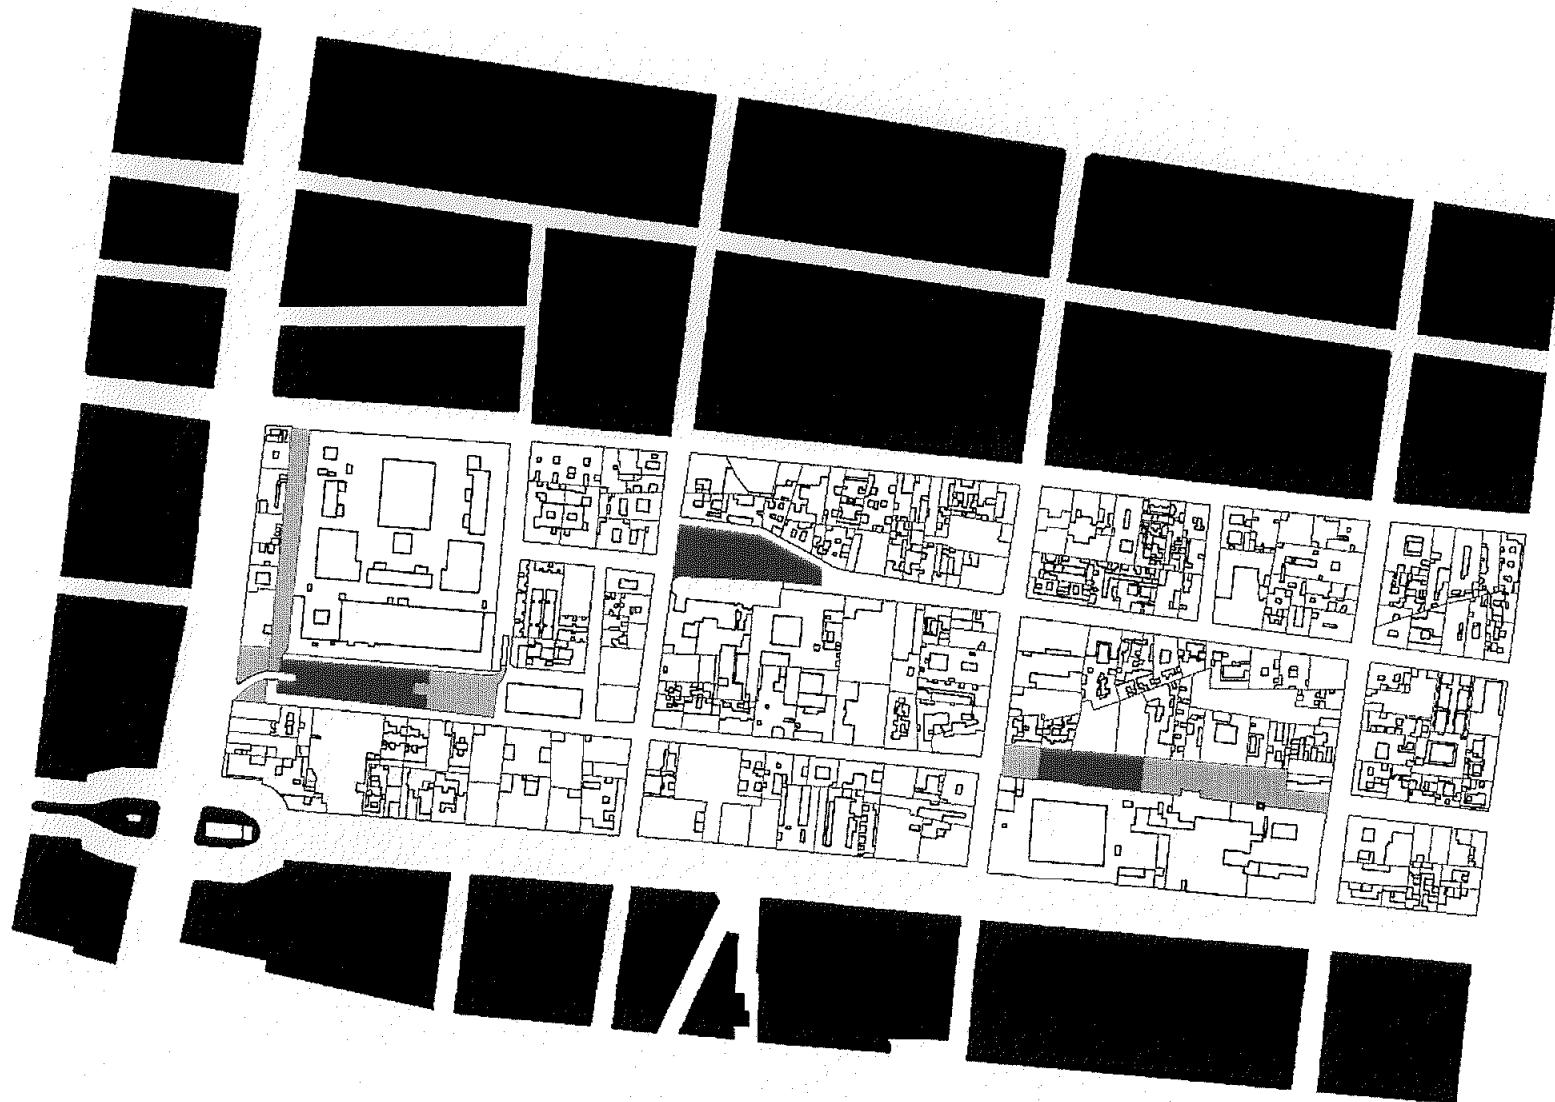



ÁREAS VERDES Y PLAZAS

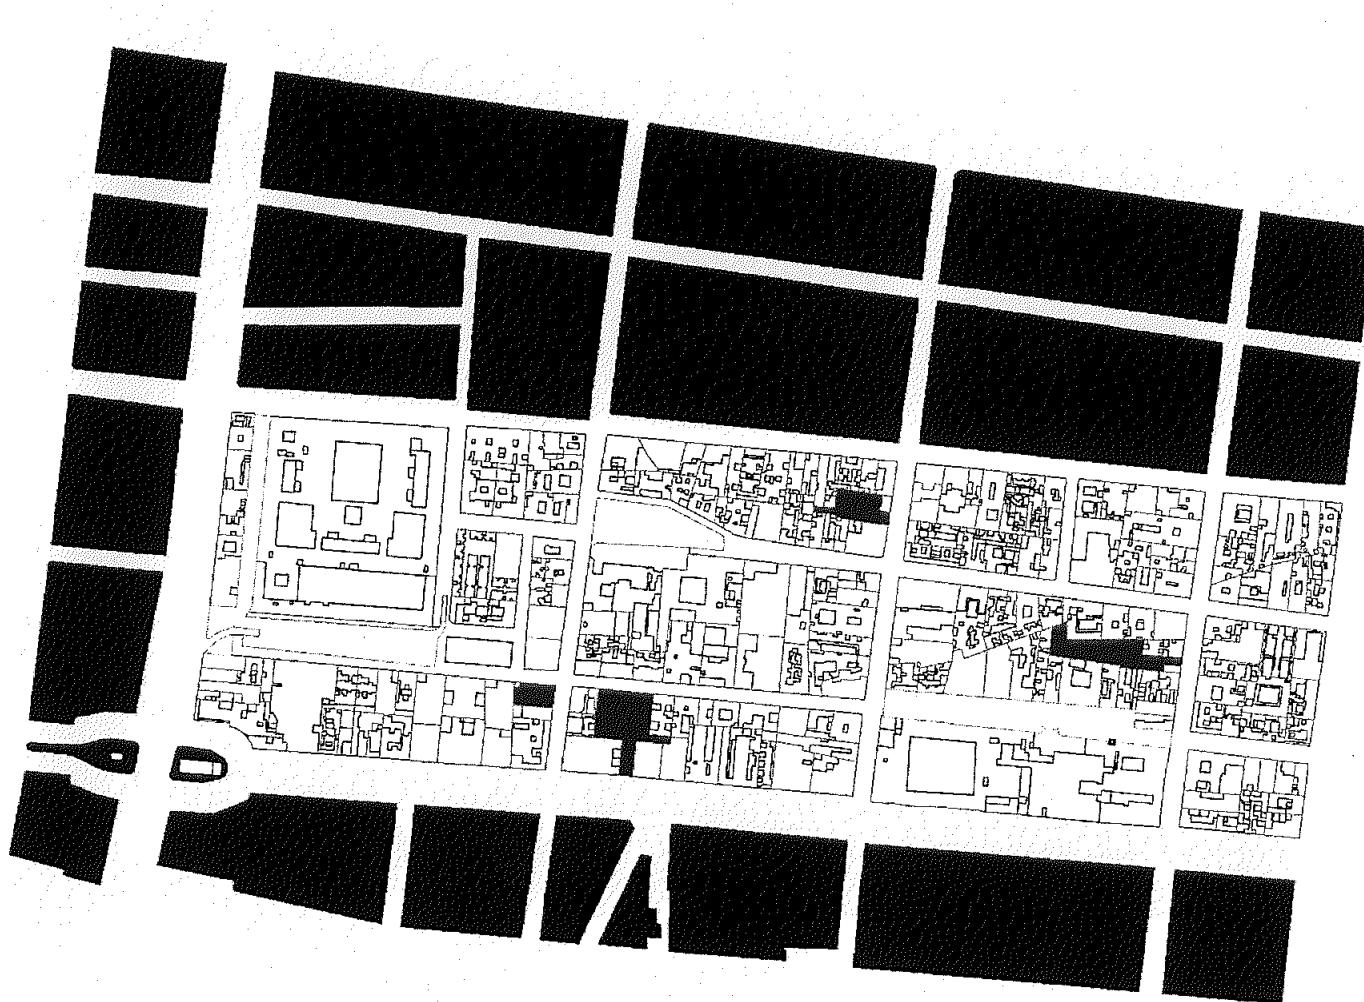


ESTACIONAMIENTOS

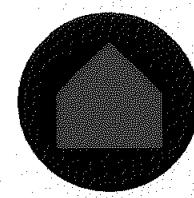
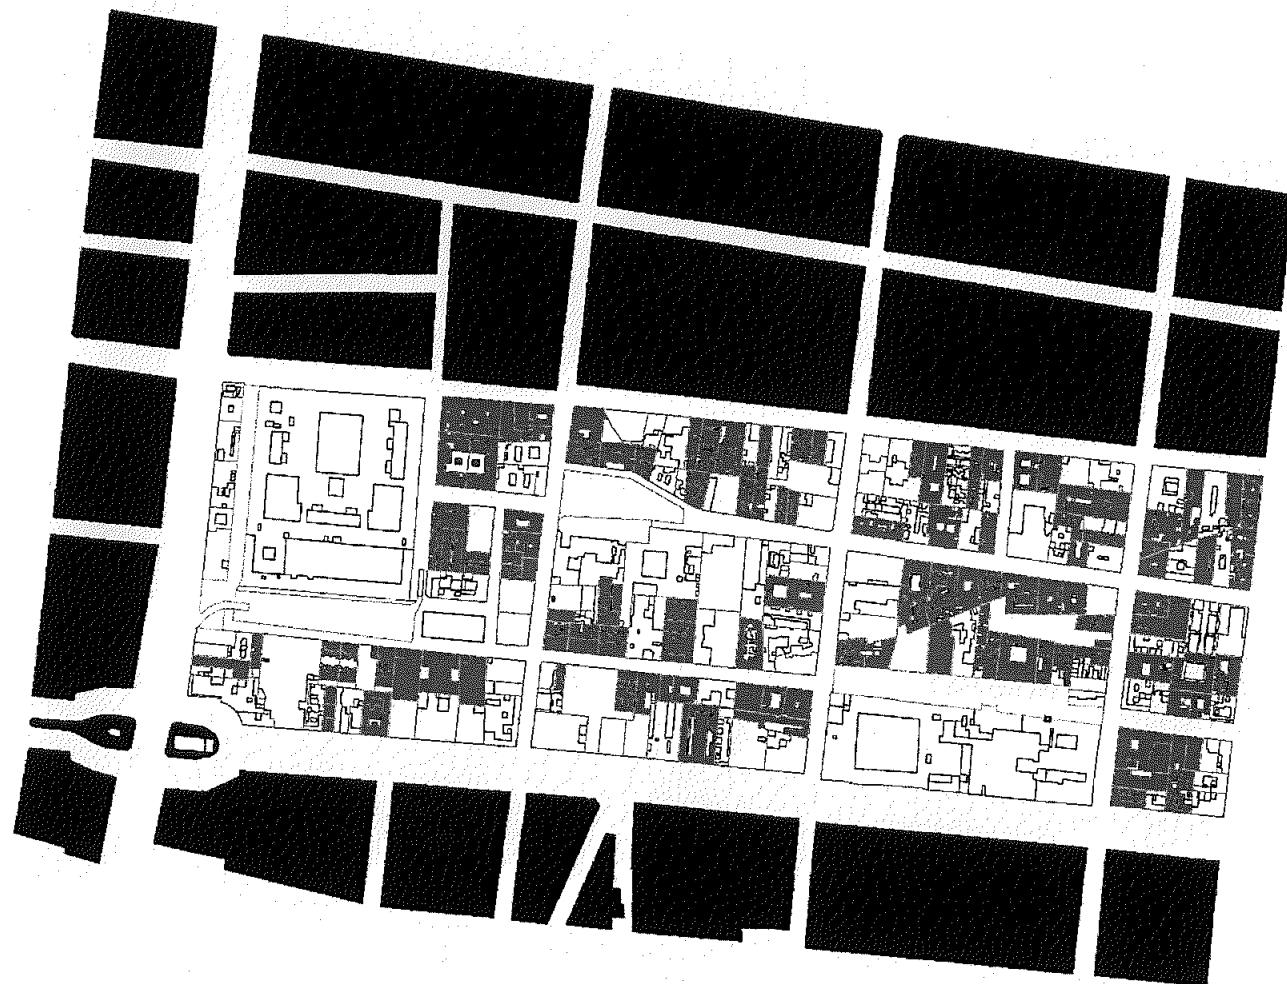


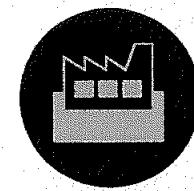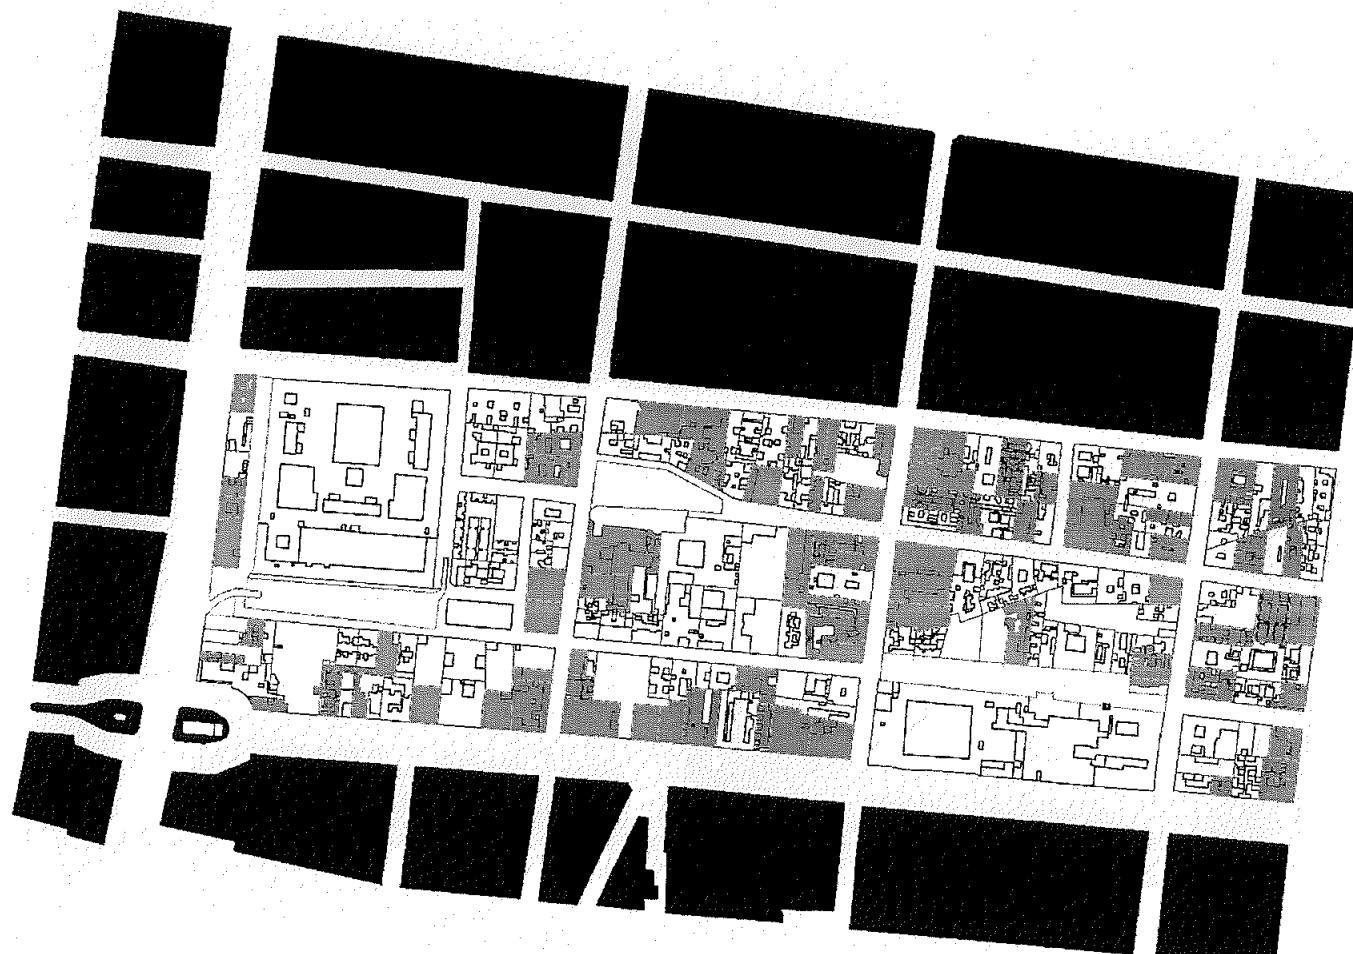

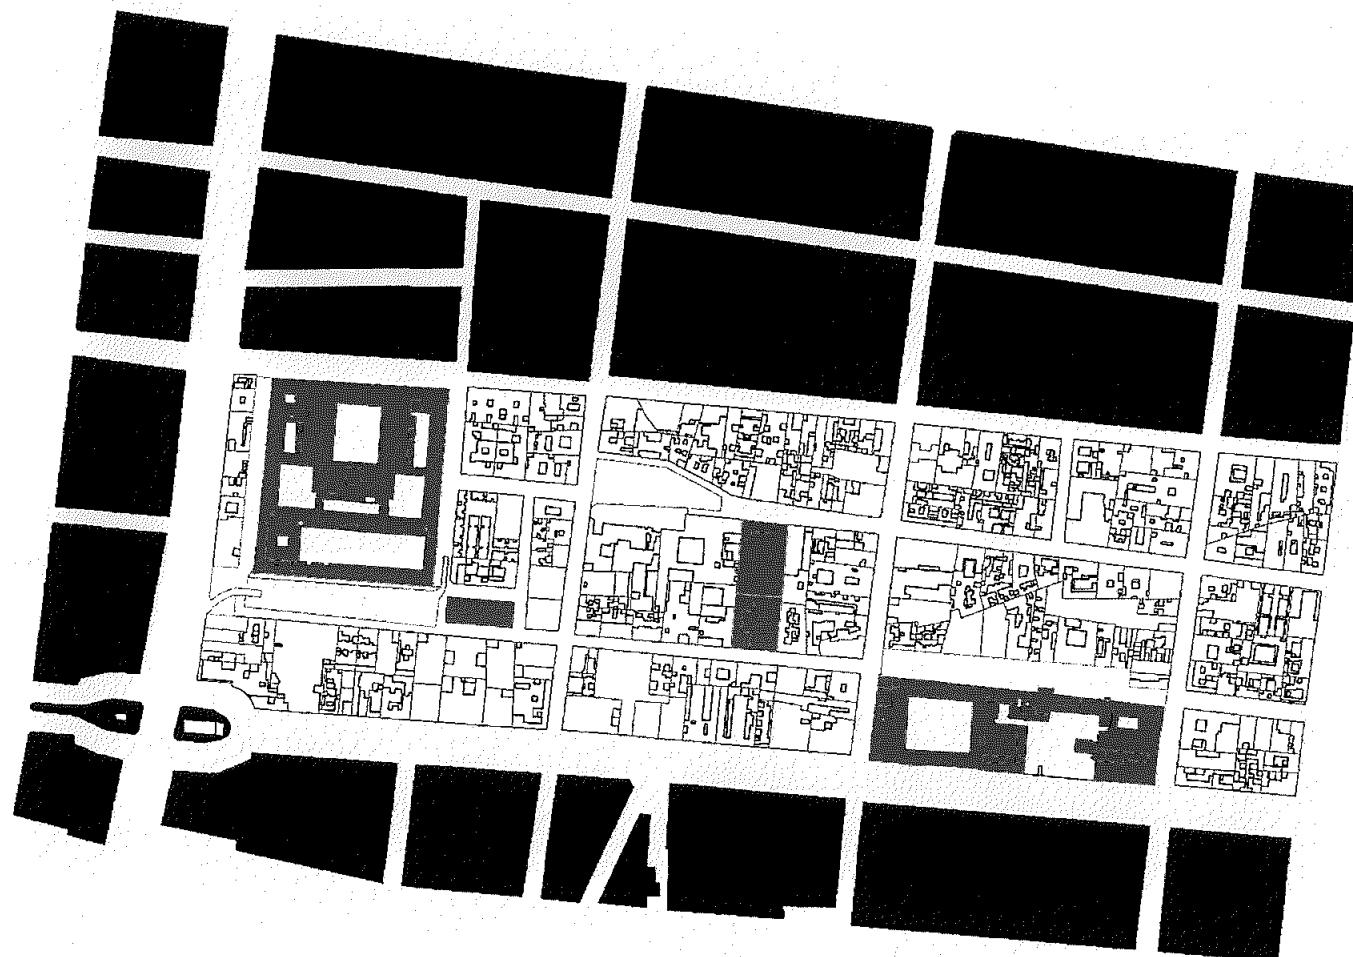


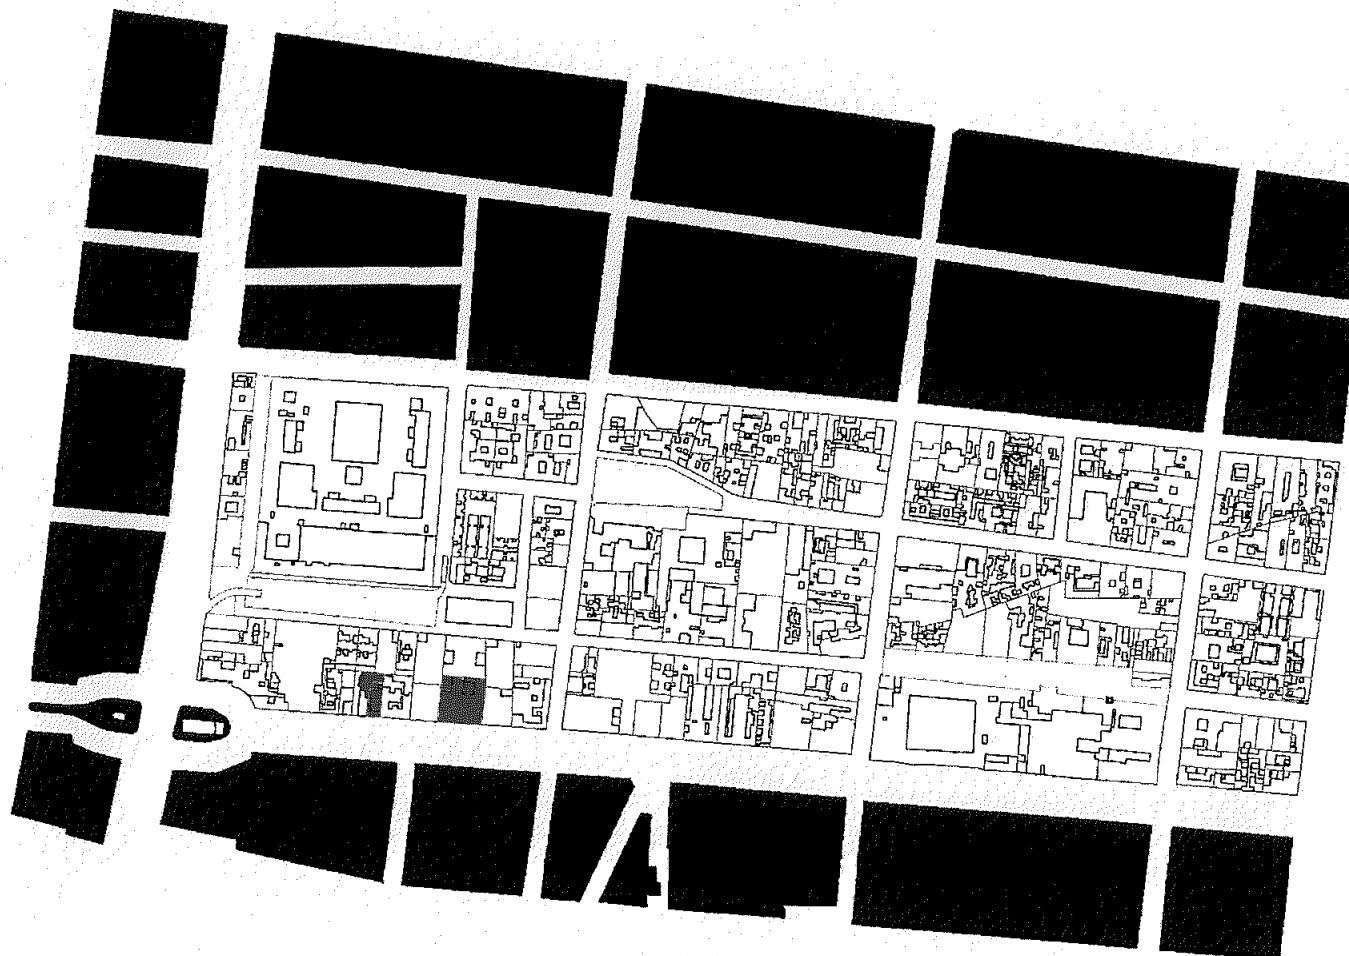



OFICINAS

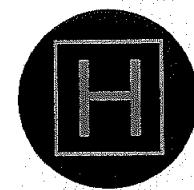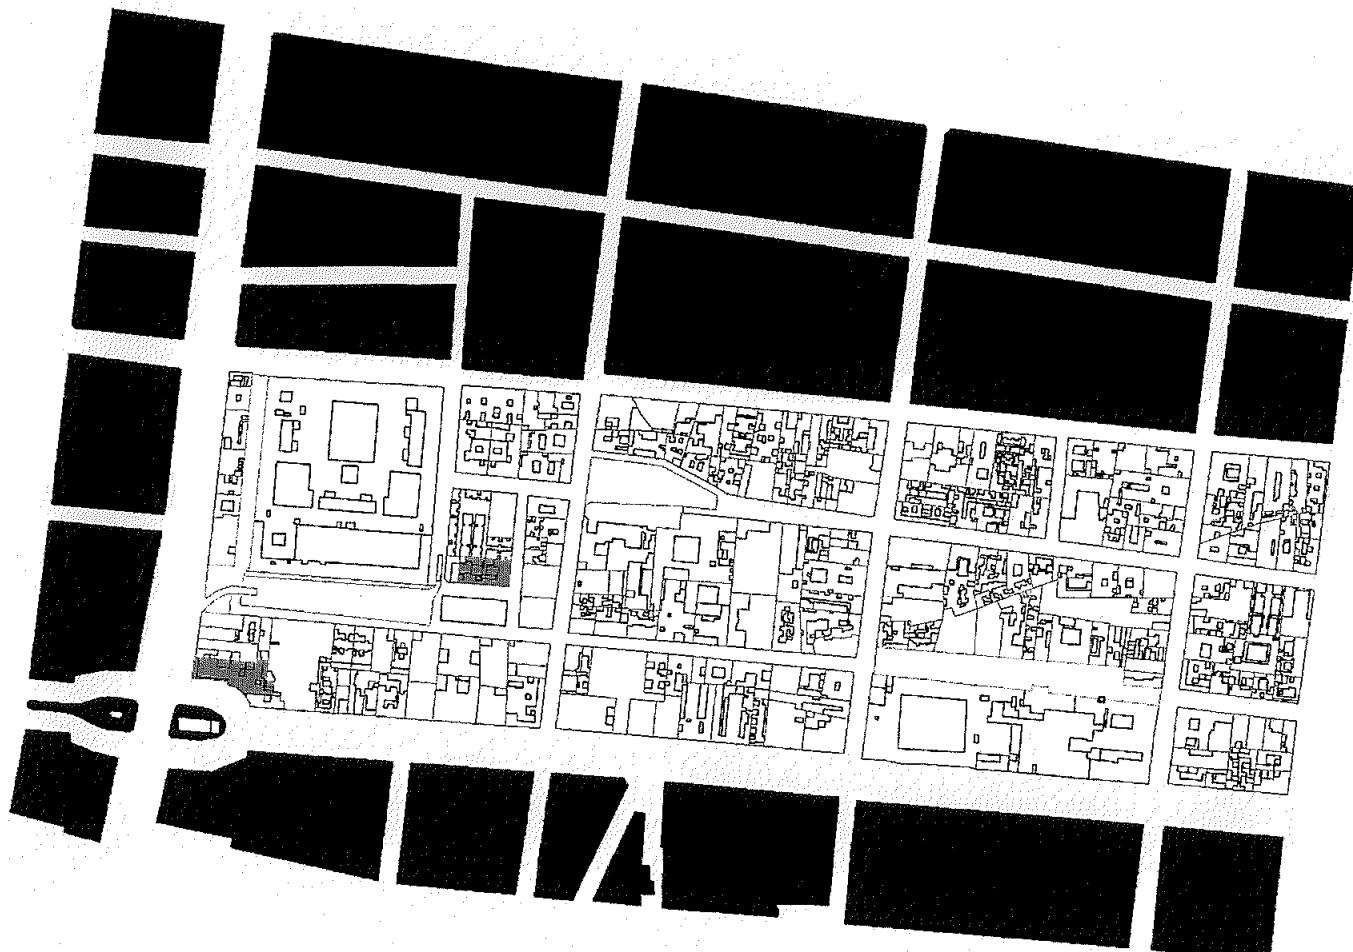



HOTELES

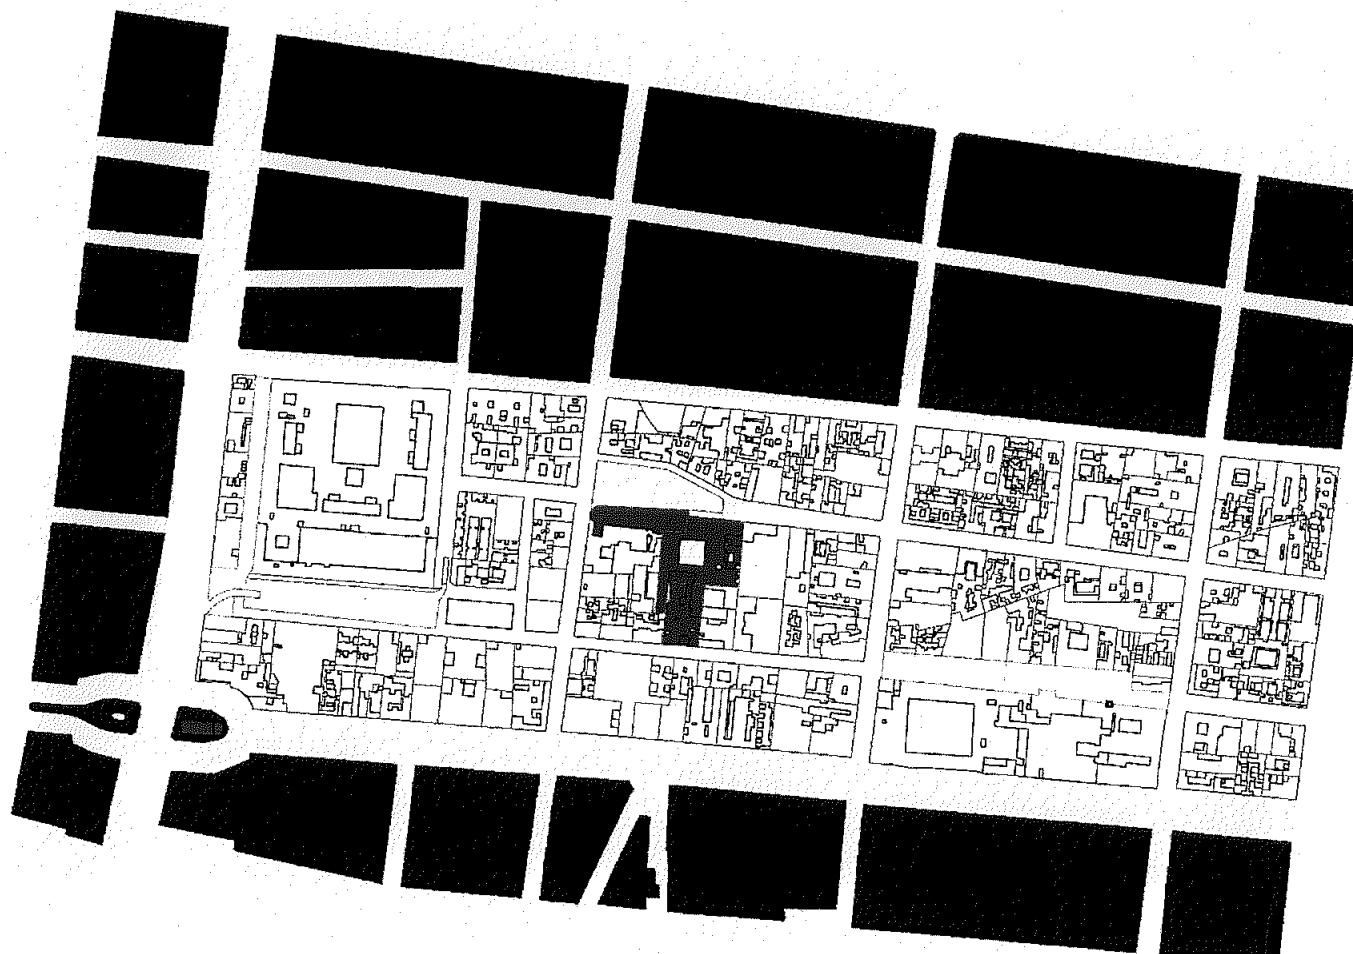

IGLESIAS

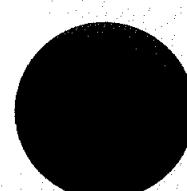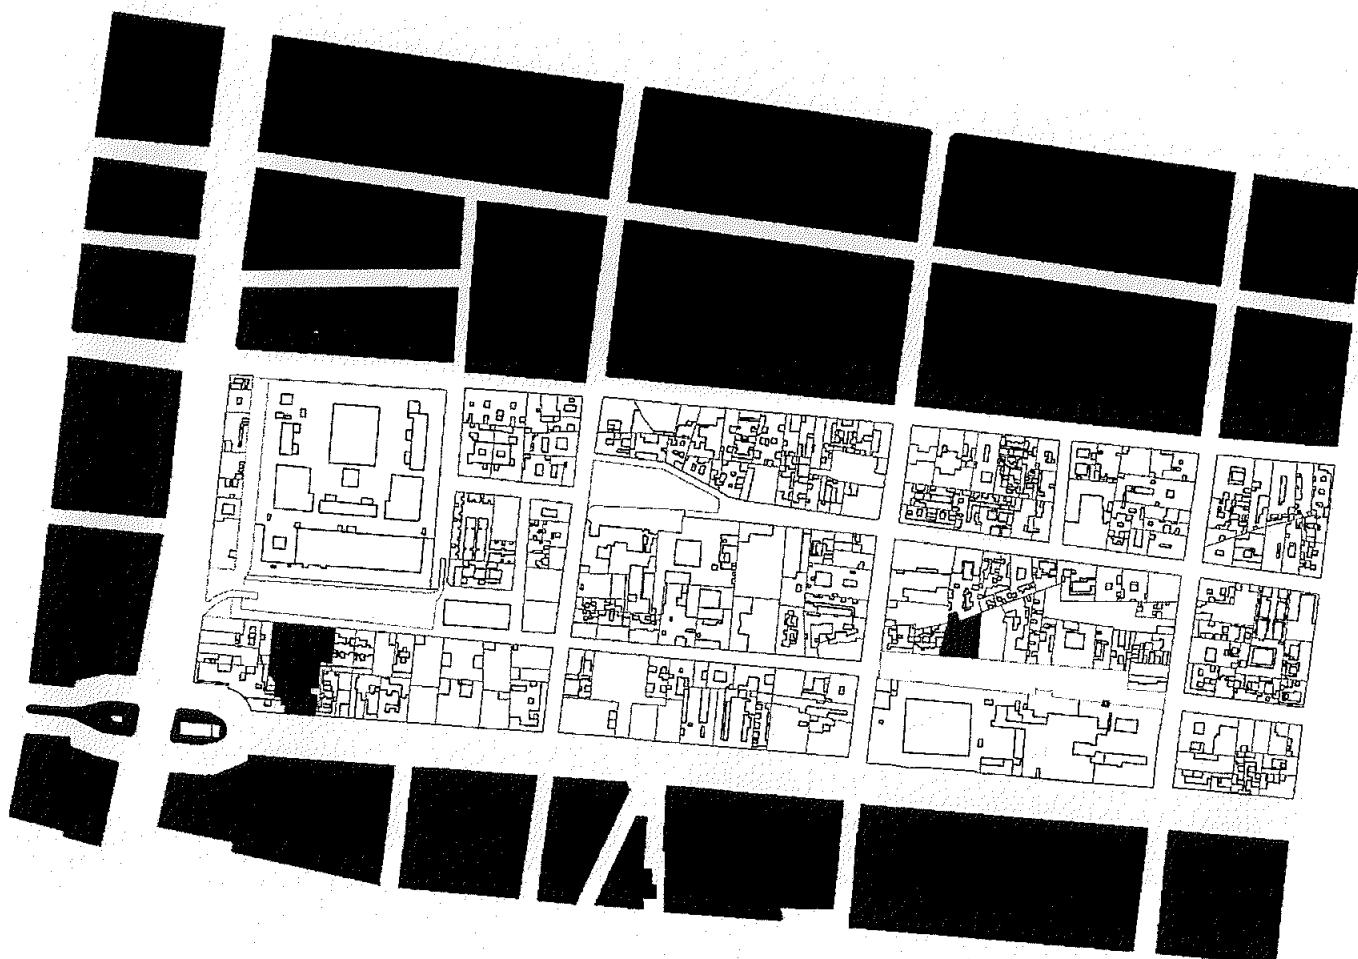

PREDIOS ABANDONADOS / VACIOS

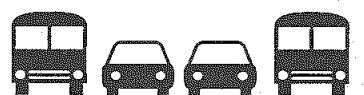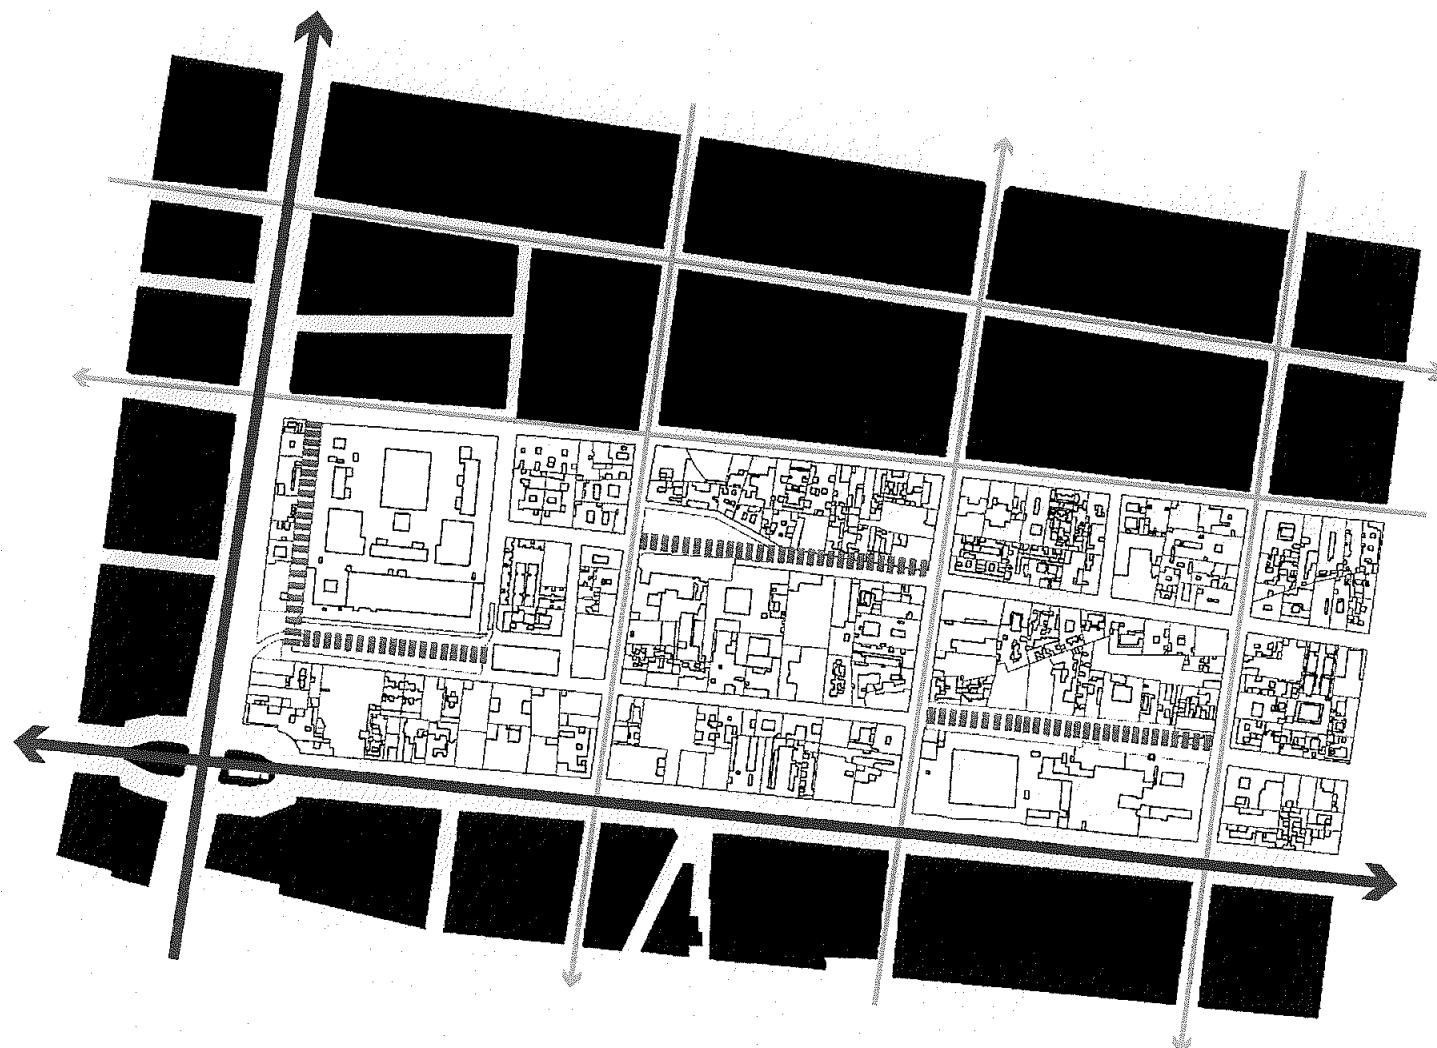


CIRCULACIÓN
REGIONAL PREFERENTE



CIRCULACIÓN
PRIMARIA



CIRCULACIÓN
PEATONAL

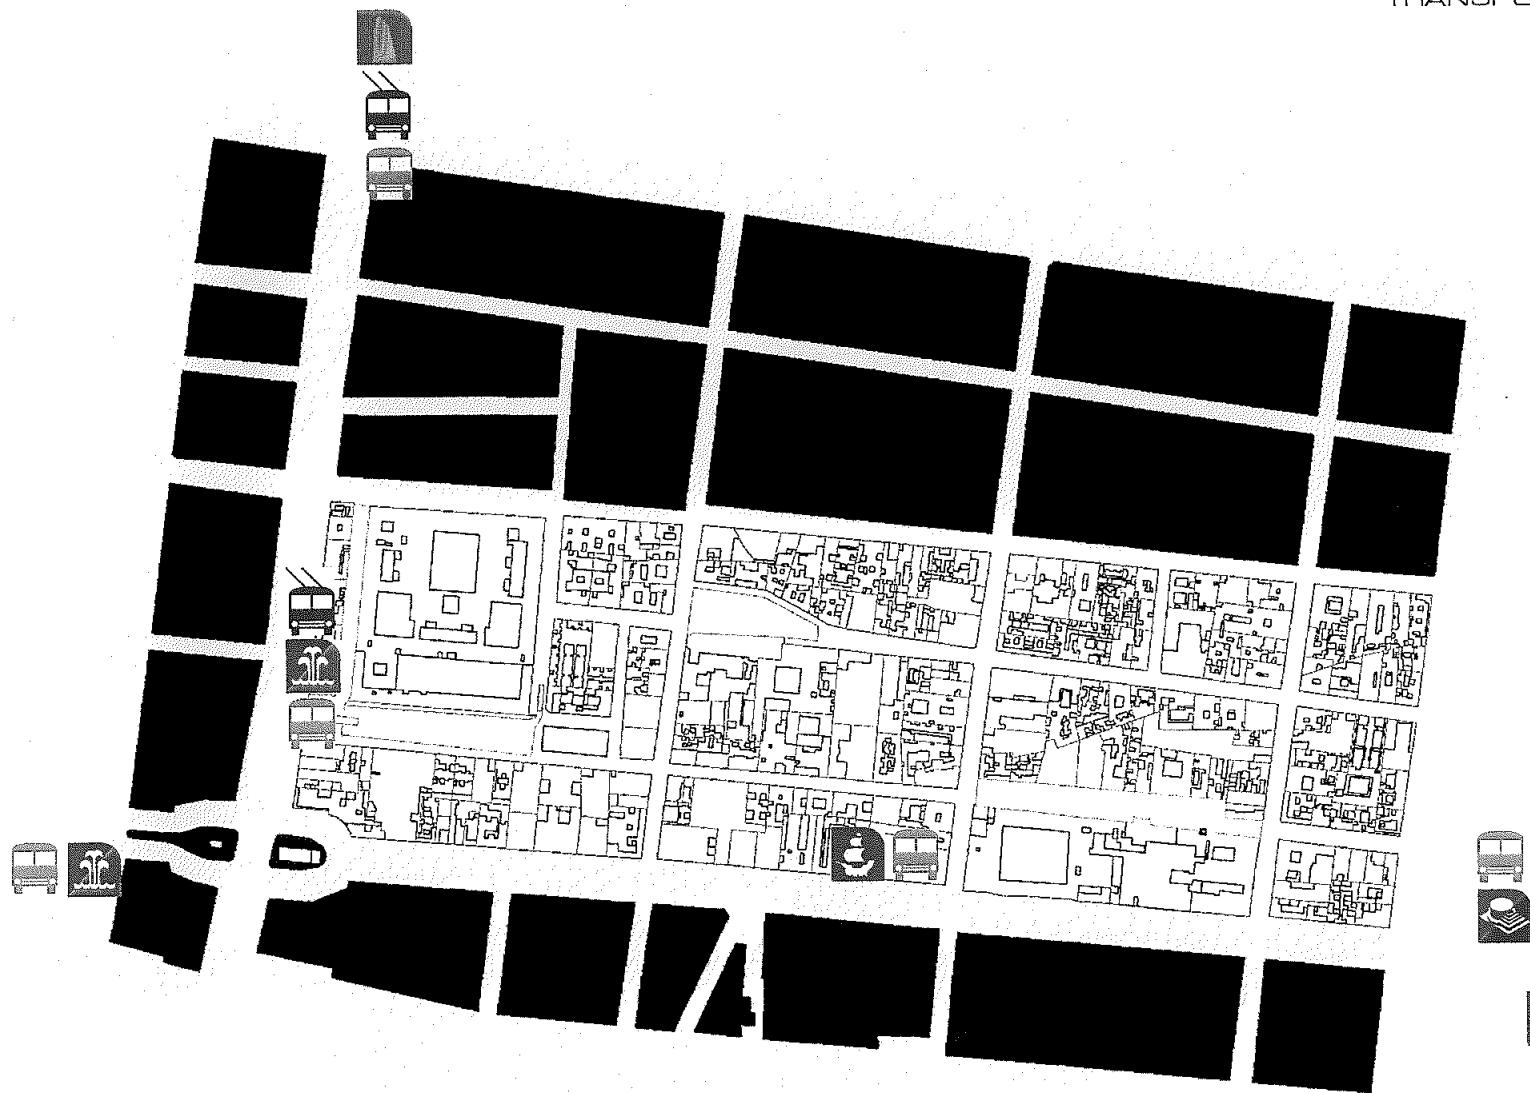


CAPÍTULO 5

PROPIUESTA DE INTERVENCIÓN.

CONCEPTO GENERAL DE INTERVENCIÓN

CAPÍTULO 5

35

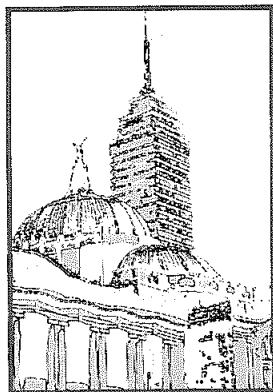



ZONA BELLAS ARTES LATINO.

Zona donde se encuentra el menor deterioro físico y social del centro histórico, se localiza el corredor turístico del centro.

Los principales hitos son: Palacio de las Bellas Artes, Alameda Central, Torre Latinoamericana.

En la parte sur del centro histórico, donde se encuentran las zonas: Vizcaína, Regina y San Jerónimo, actualmente se considera una de las áreas de máximo deterioro, debido a las condiciones de orden urbano que no responden a un esquema de metrópoli actual.

ZONA DE INTERVENCIÓN.

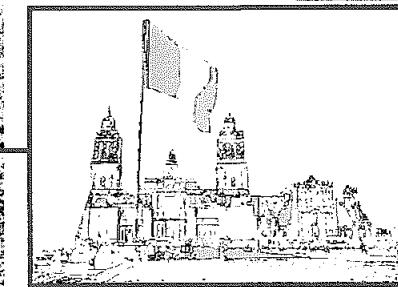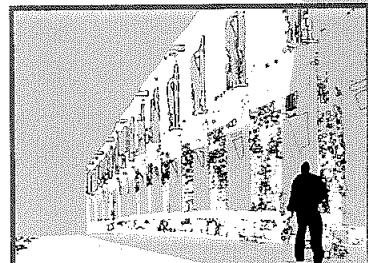


ZONA PLAZA DE LA CONSTITUCIÓN
CATEDRAL METROPOLITANA.

Zona donde se encuentra el menor deterioro físico y social del centro histórico, se localiza el corredor turístico del centro.

Los principales hitos son: La plaza de la constitución, Templo Mayor, Catedral Metropolitana, Palacio Nacional.

Zona donde se encuentra el parcial y mayor deterioro del centro histórico, gran parte de su extensión con áreas comerciales ambulantes con grandes problemas.

ZONA PINO SUÁREZ.

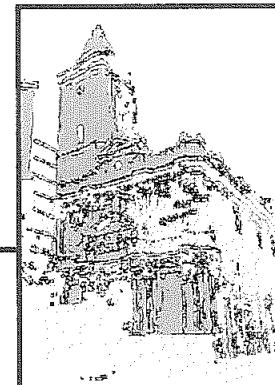


ESTRATEGIA GENERAL DE INTERVENCIÓN


1 PROBLEMÁTICA



2 ESTRATEGIA

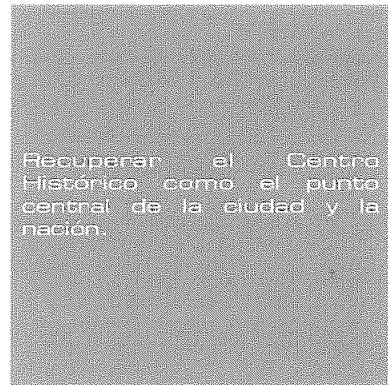


3 OBJETIVOS

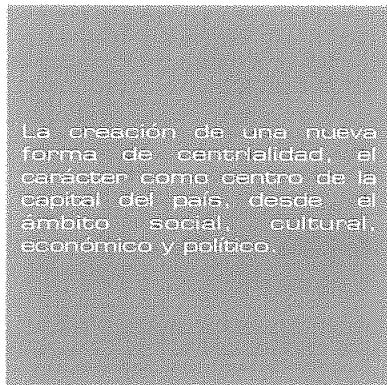

4 INTERVENCIÓN



PROPIUESTA URBANA DE INTERVENCIÓN

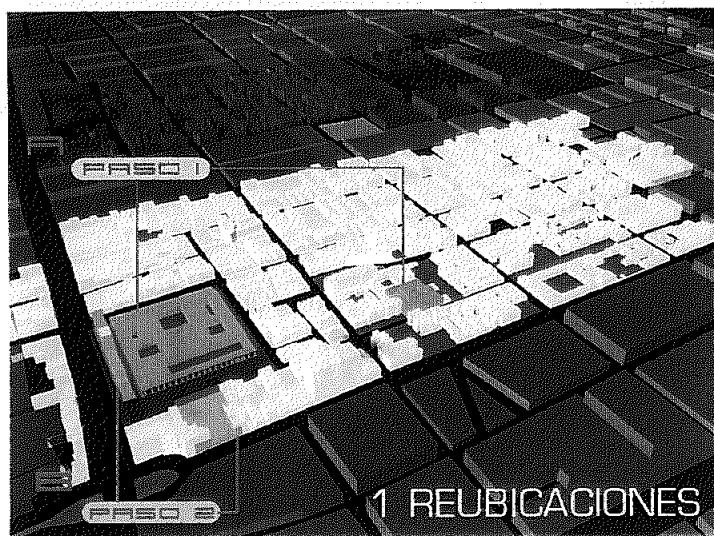

PASO 1:
Reubicar el Colegio de las Vizcaínas detrás del ex-convento de Regina, lugar que actualmente se encuentra en el abandono, conservando así el carácter histórico de dicha escuela.

PASO 2:
Reubicar las viviendas localizadas sobre eje central.




PASO 5:
Regeneración habitacional, que se contemple la construcción de vivienda nueva y ampliación de programas crediticios a los sectores sociales.

PASO 6:
Mejorar y consolidar los usos habitacionales existentes y generar vivienda nueva en predio subutilizados.

PASO 3:
Intervenir el Colegio de las Vizcaínas como punto detonador para la reactivación de la cultura y economía de la zona partiendo de la creación de un CENTRO CULTURAL COMERCIAL FINANCIERO.


PASO 4:
La reapertura del Teatro Vizcaínas y la creación de un estacionamiento y un mercado.

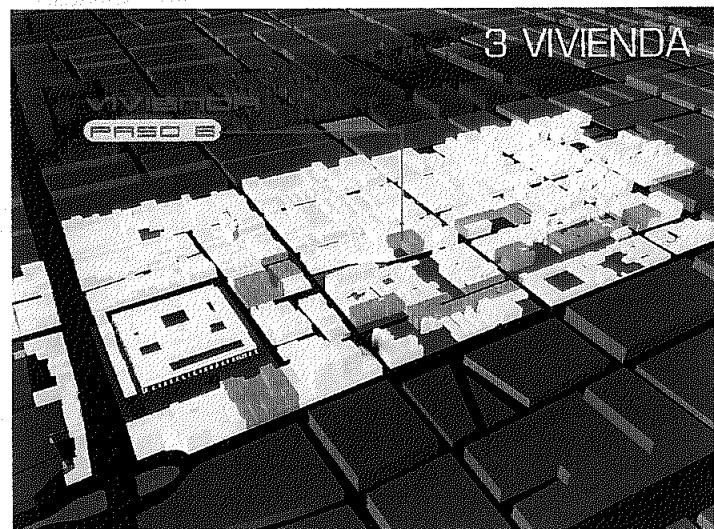

PASO 7:
Regeneración integral de las plazas Vizcaínas, Regina y San Jerónimo, con el fin de consolidar los antiguos barrios.

PASO 8:
La creación de un paseo peatonal que ligue Vizcaínas con San Jerónimo.



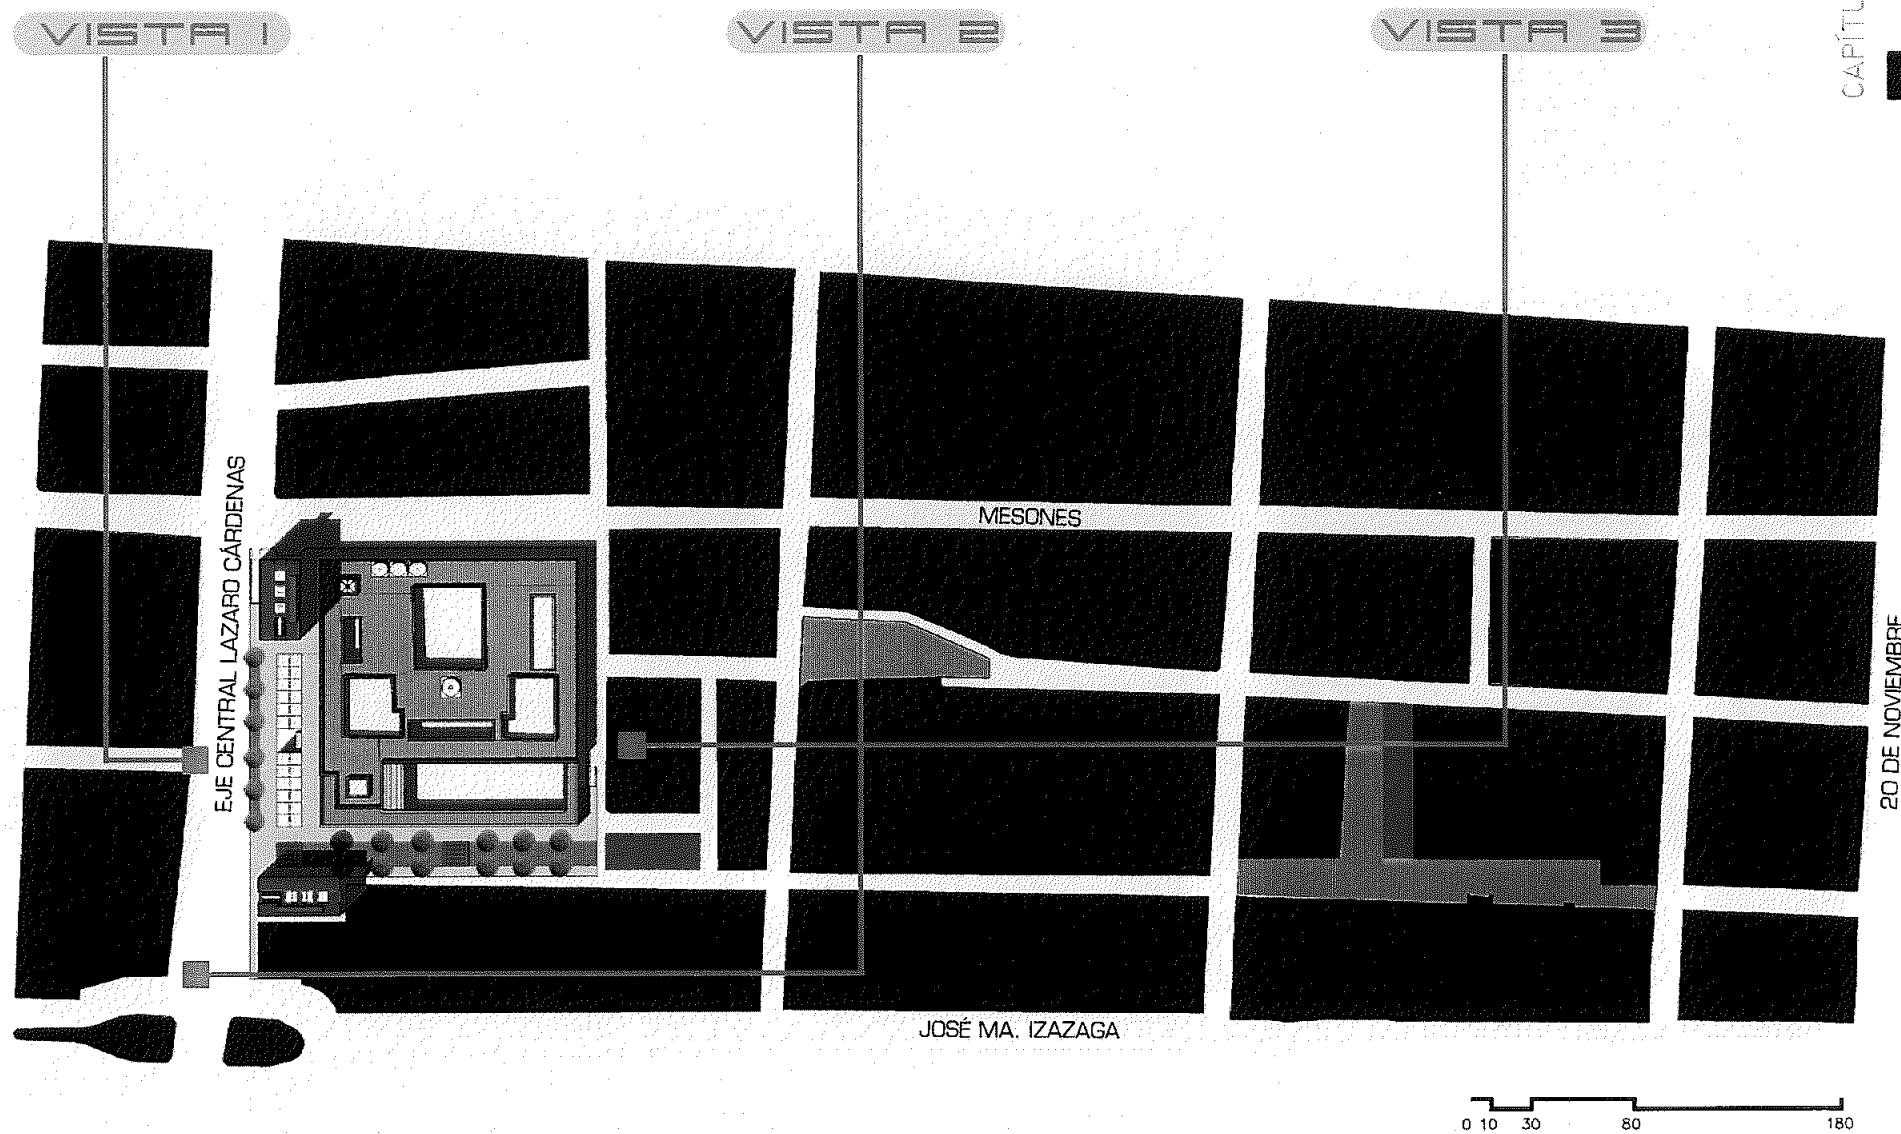


planta de conjunto


PROPIUESTA URBANA DE INTERVENCIÓN

CAPÍTULO

38-I

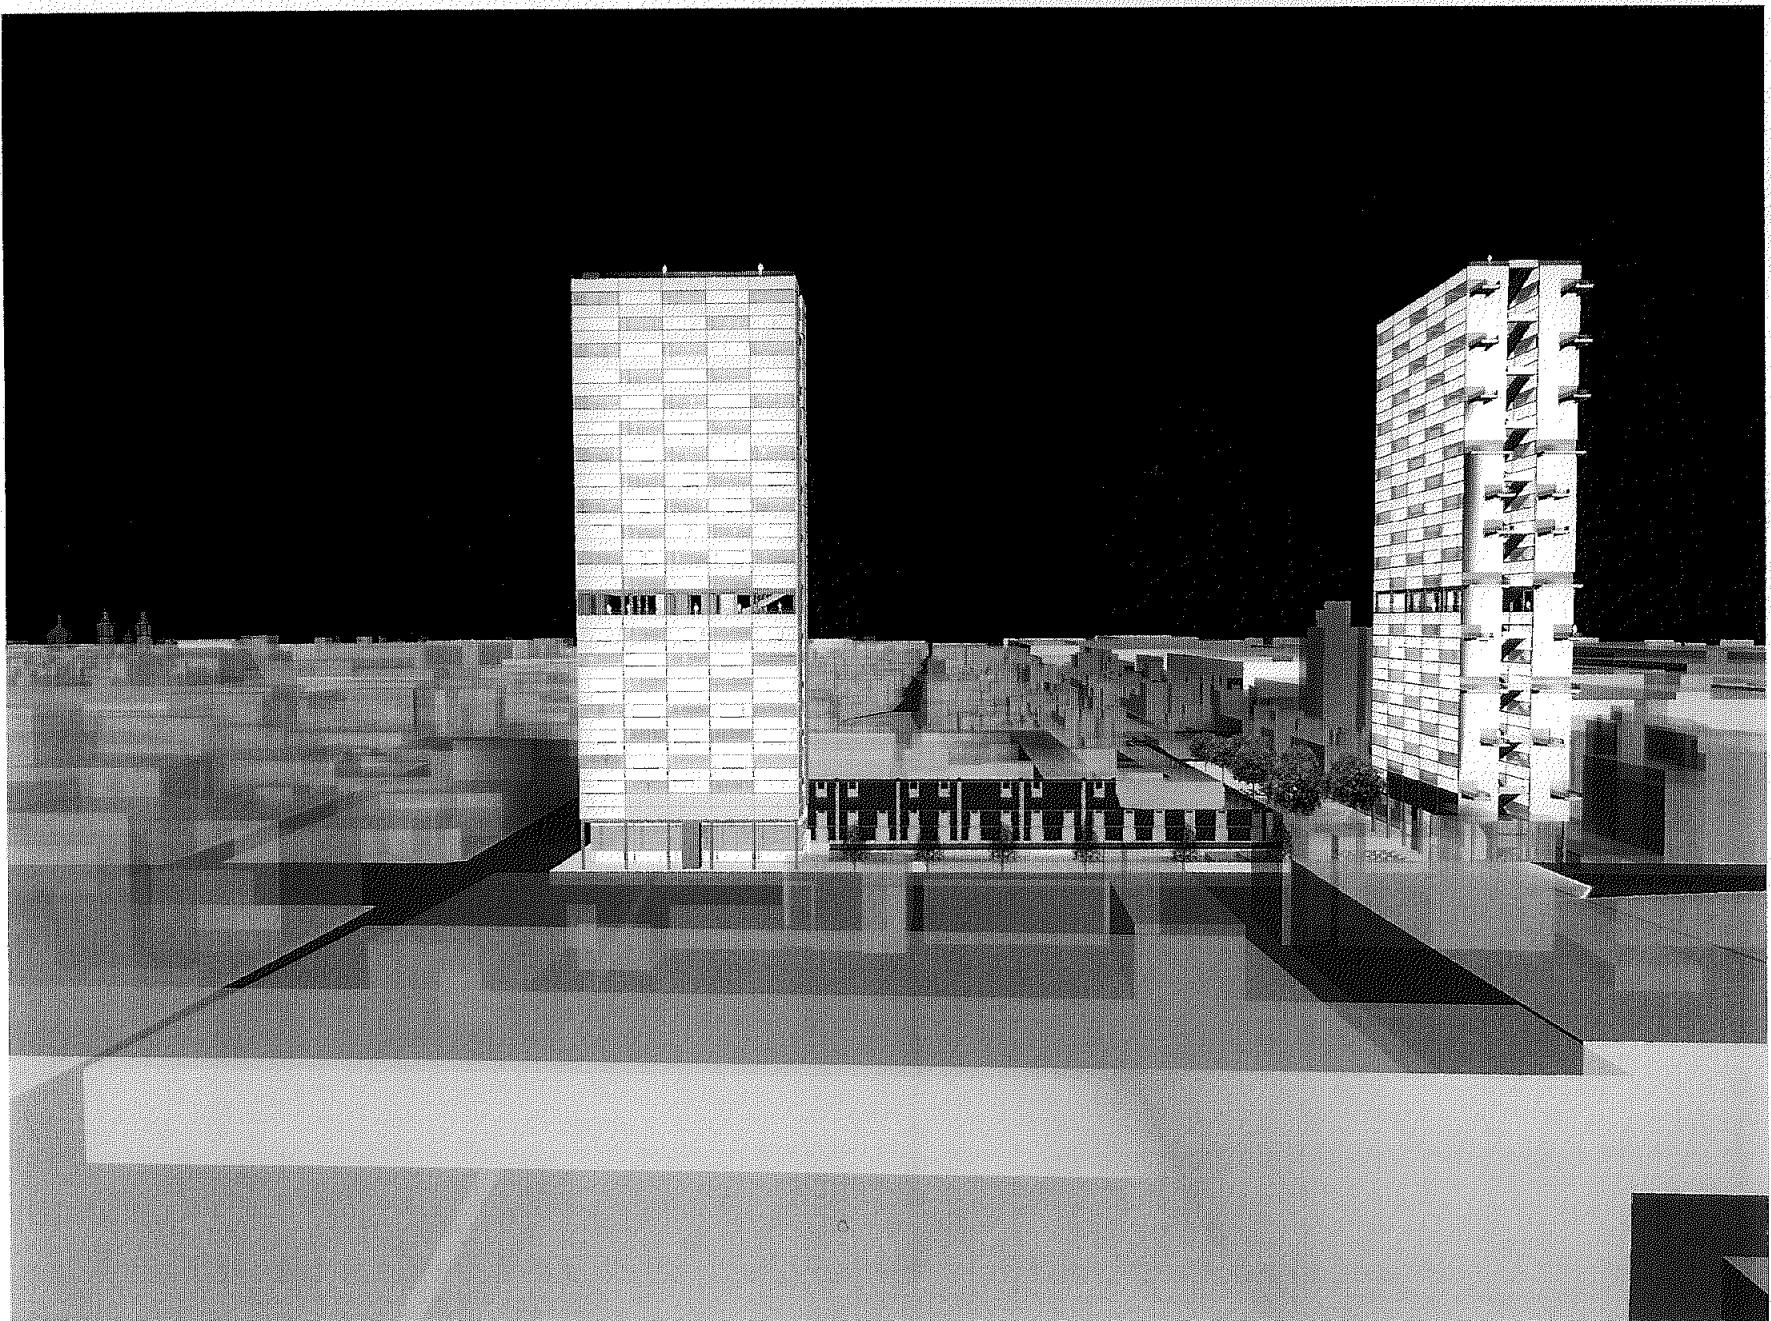

VISTA 1


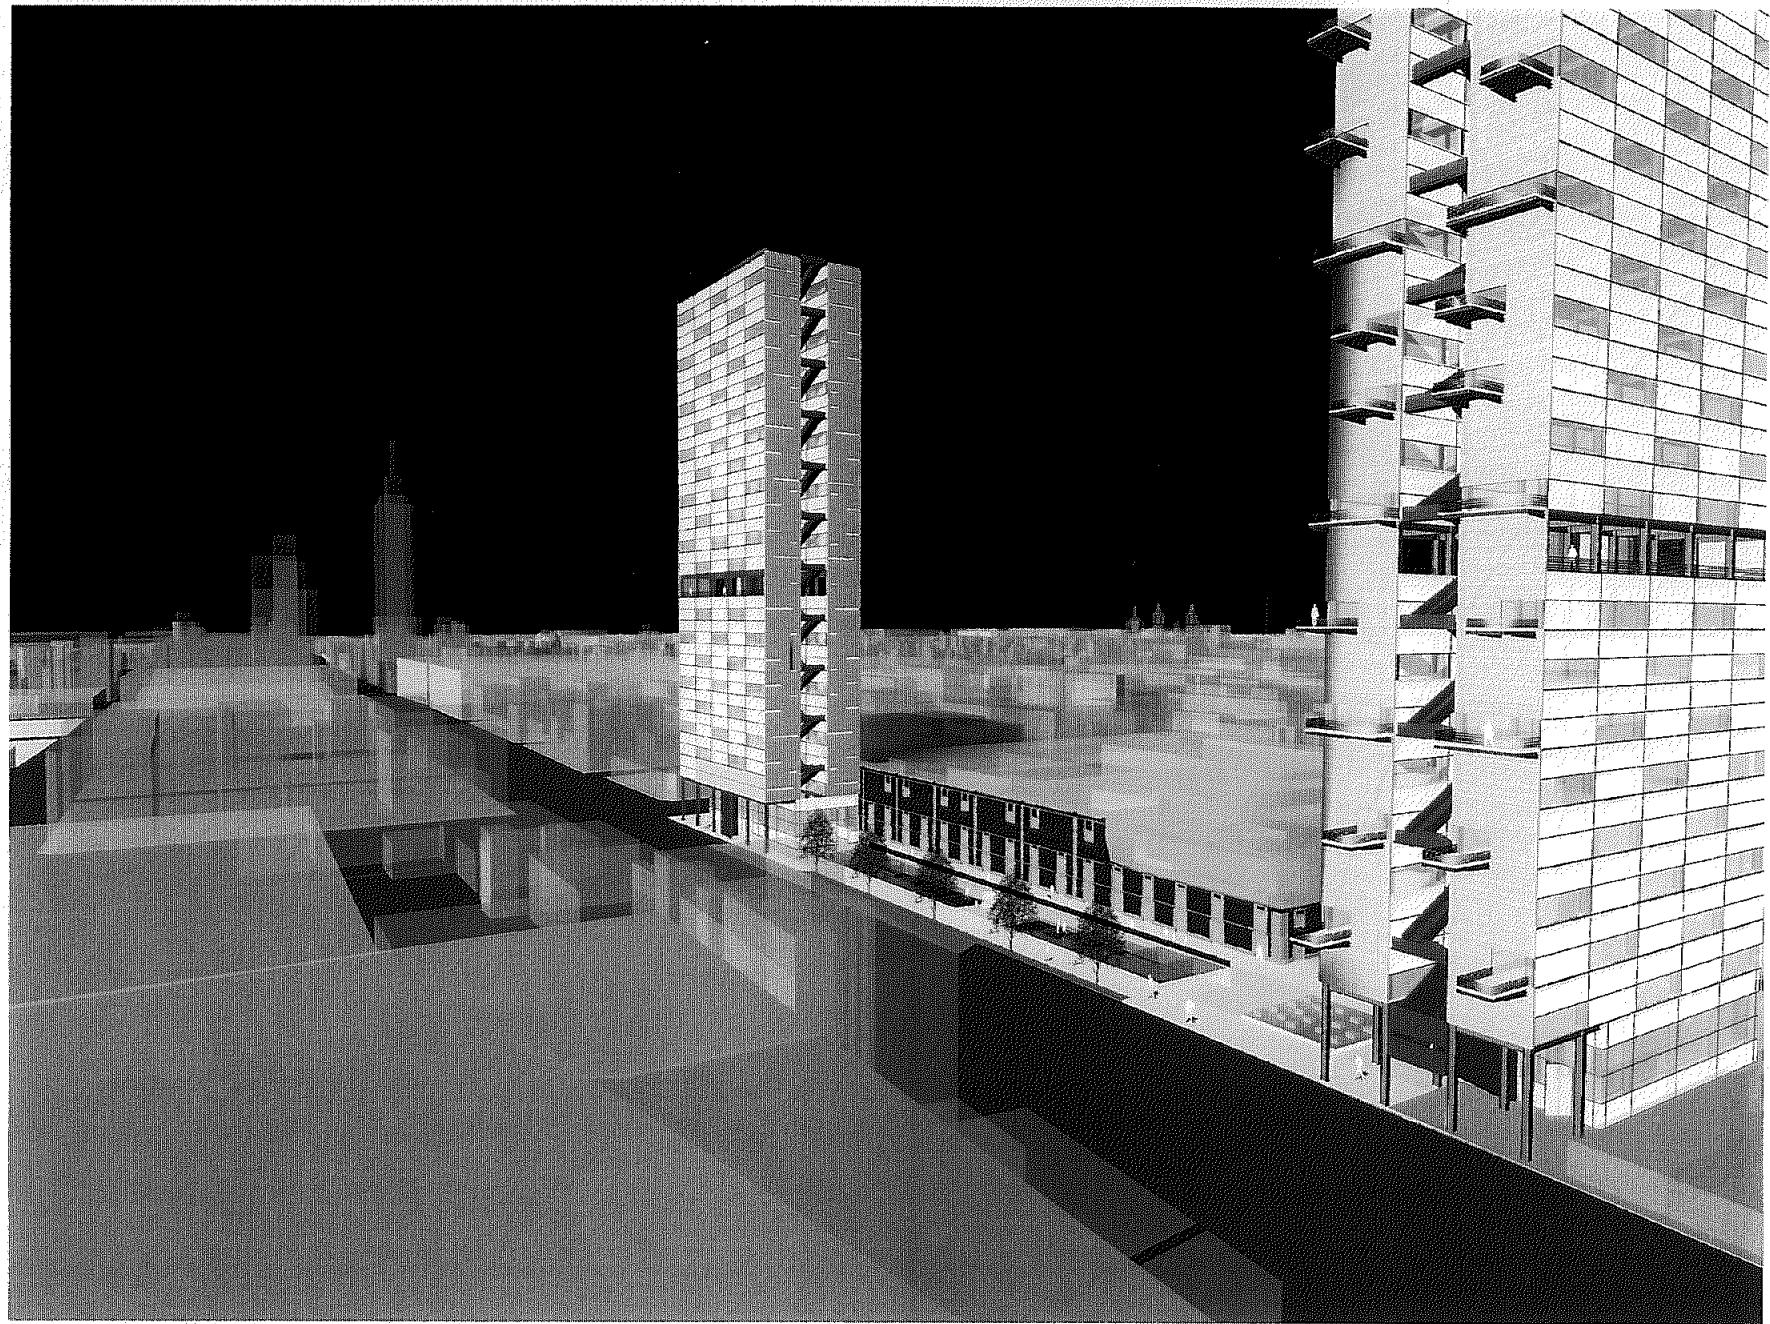


VISTA 2




VISTA 3

PROPIUESTA URBANA DE INTERVENCIÓN

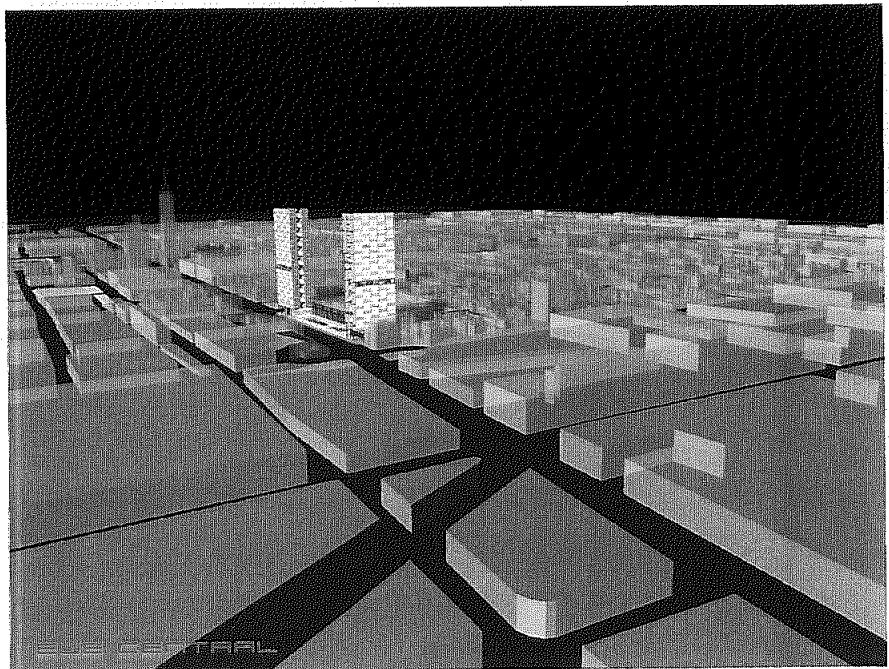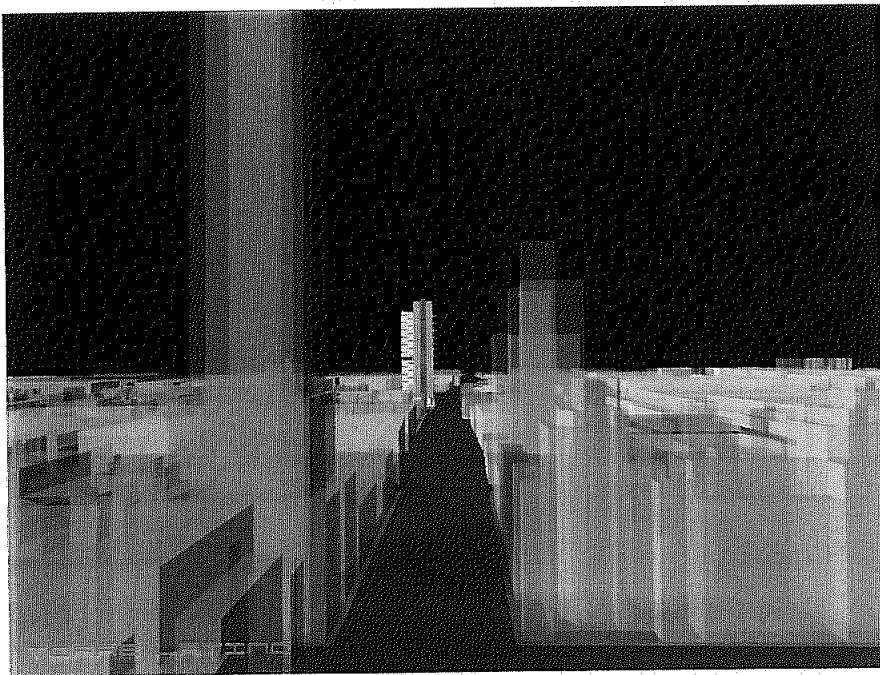


VISTAS URBANAS

PROPIUESTA URBANA DE INTERVENCIÓN

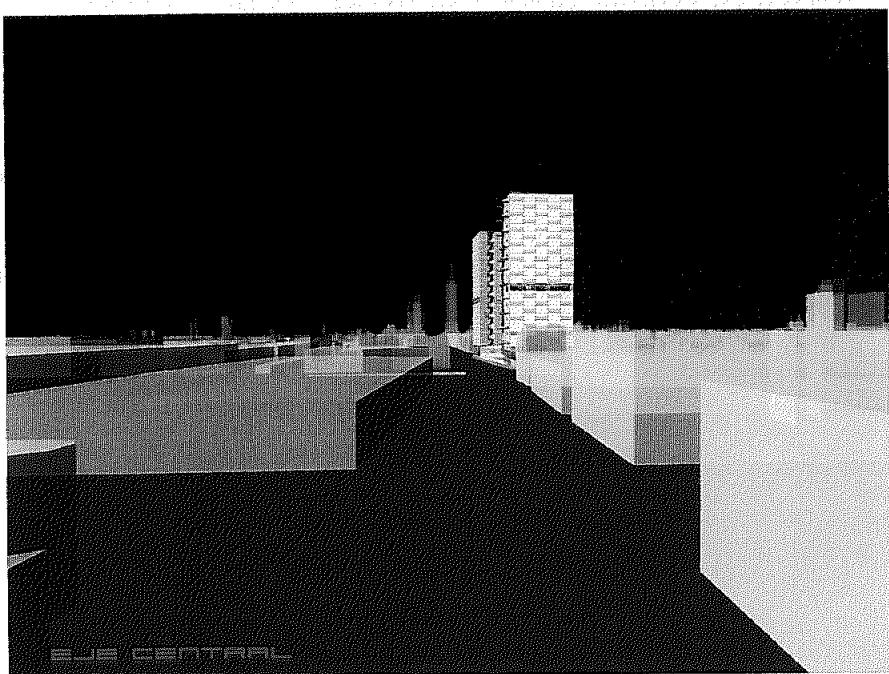


VISTAS URBANAS

PROPIUESTA URBANA DE INTERVENCIÓN

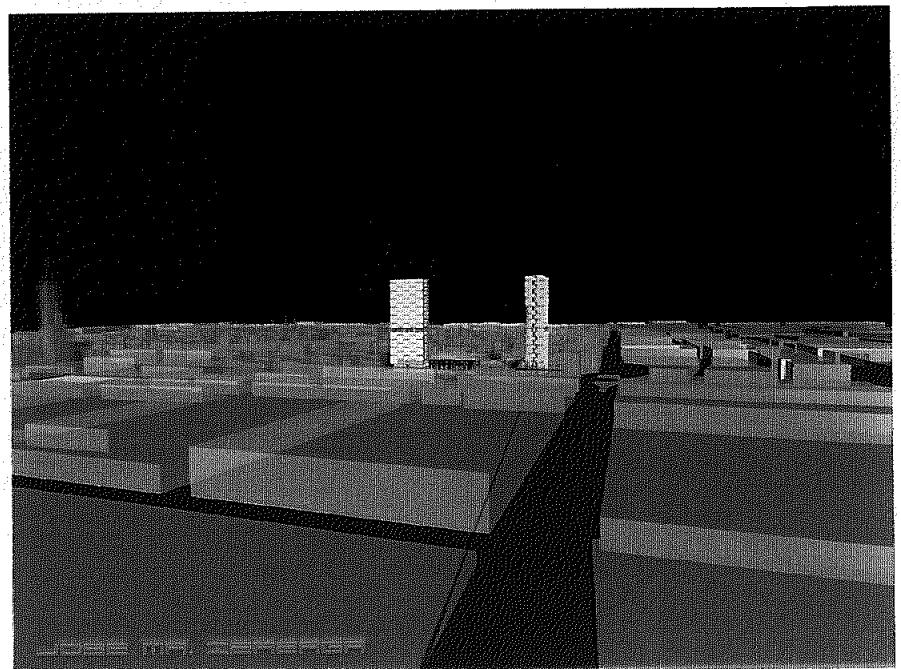


PLAZA DE LA CONSTITUCIÓN

VISTAS URBANAS

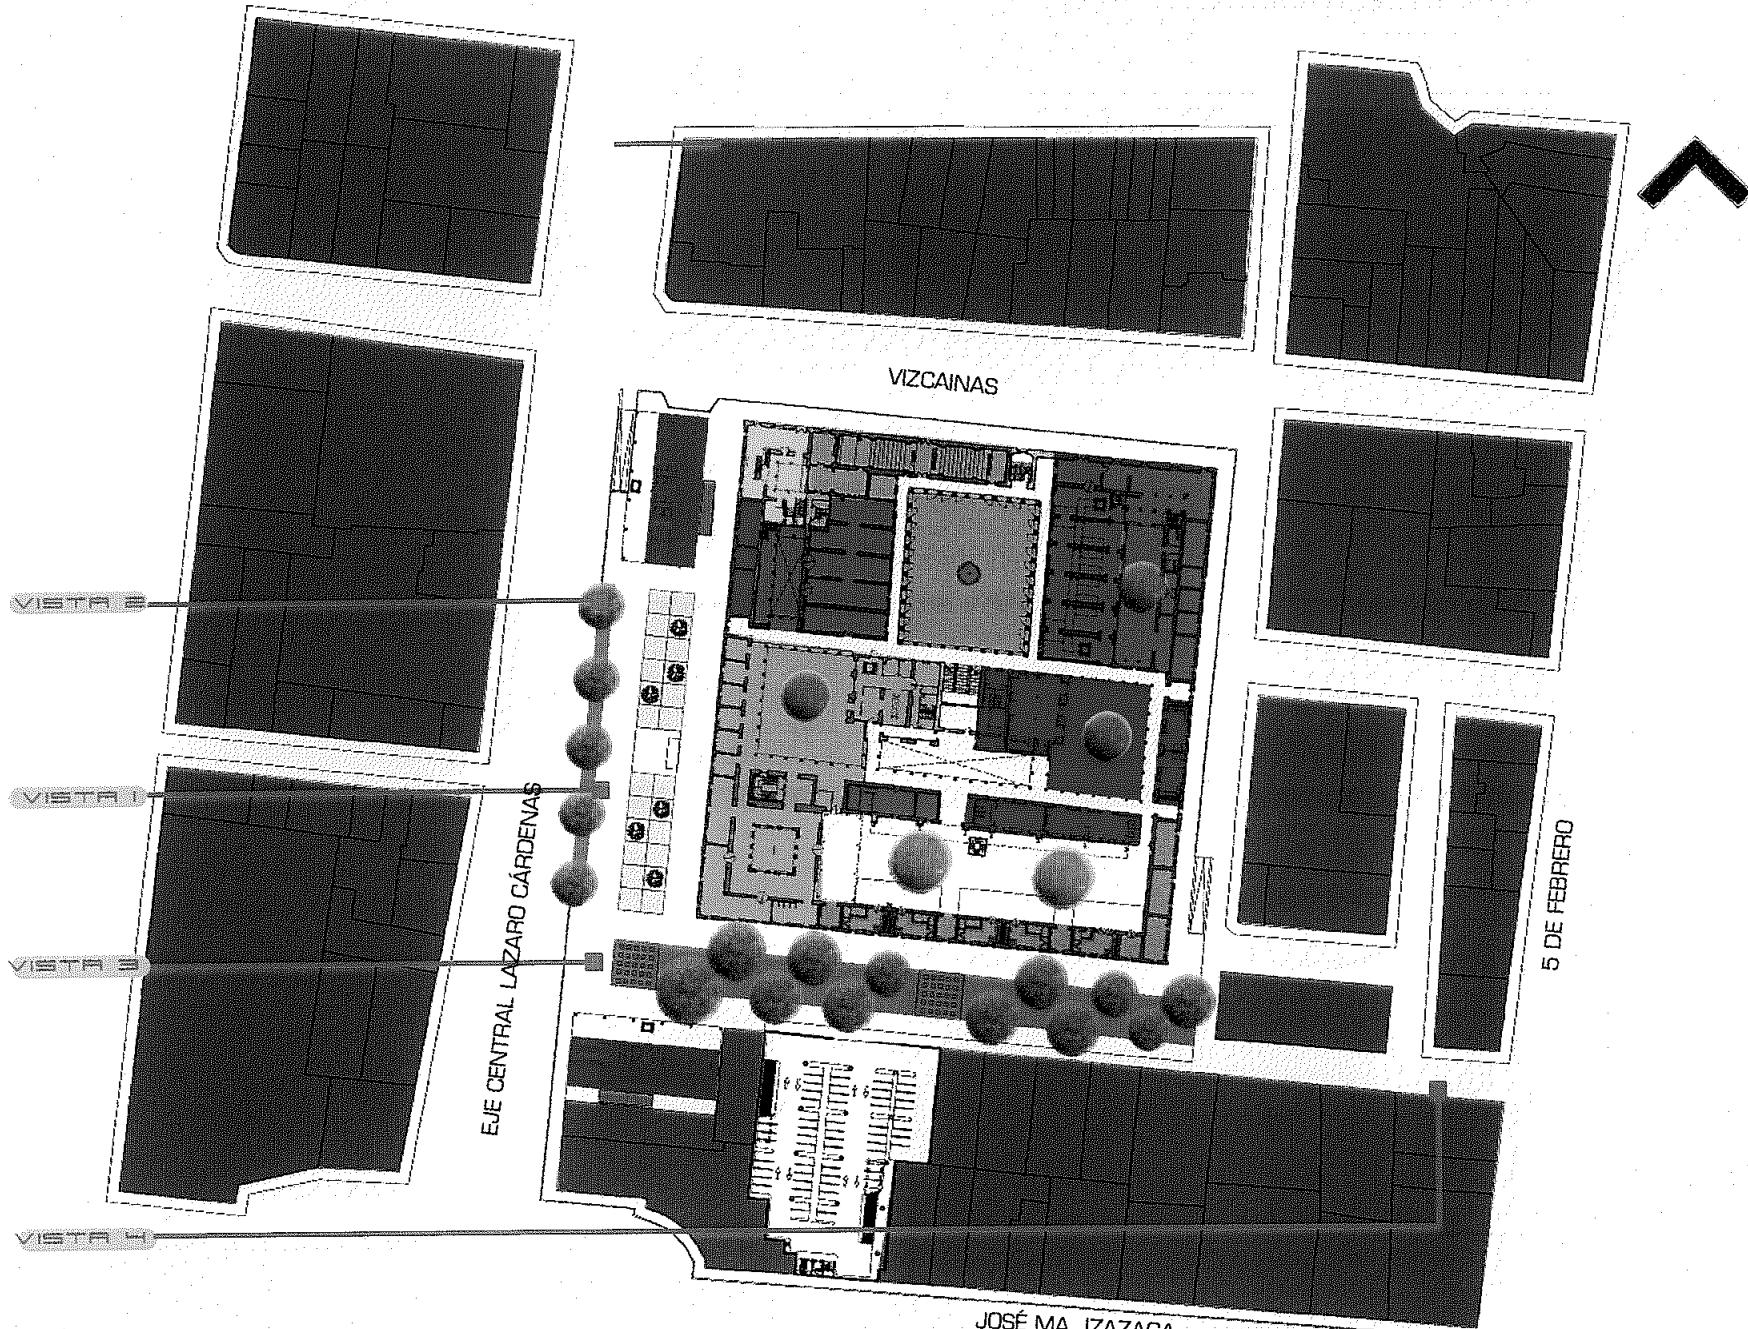planta arquitectónica general
zonificación



VISTAR

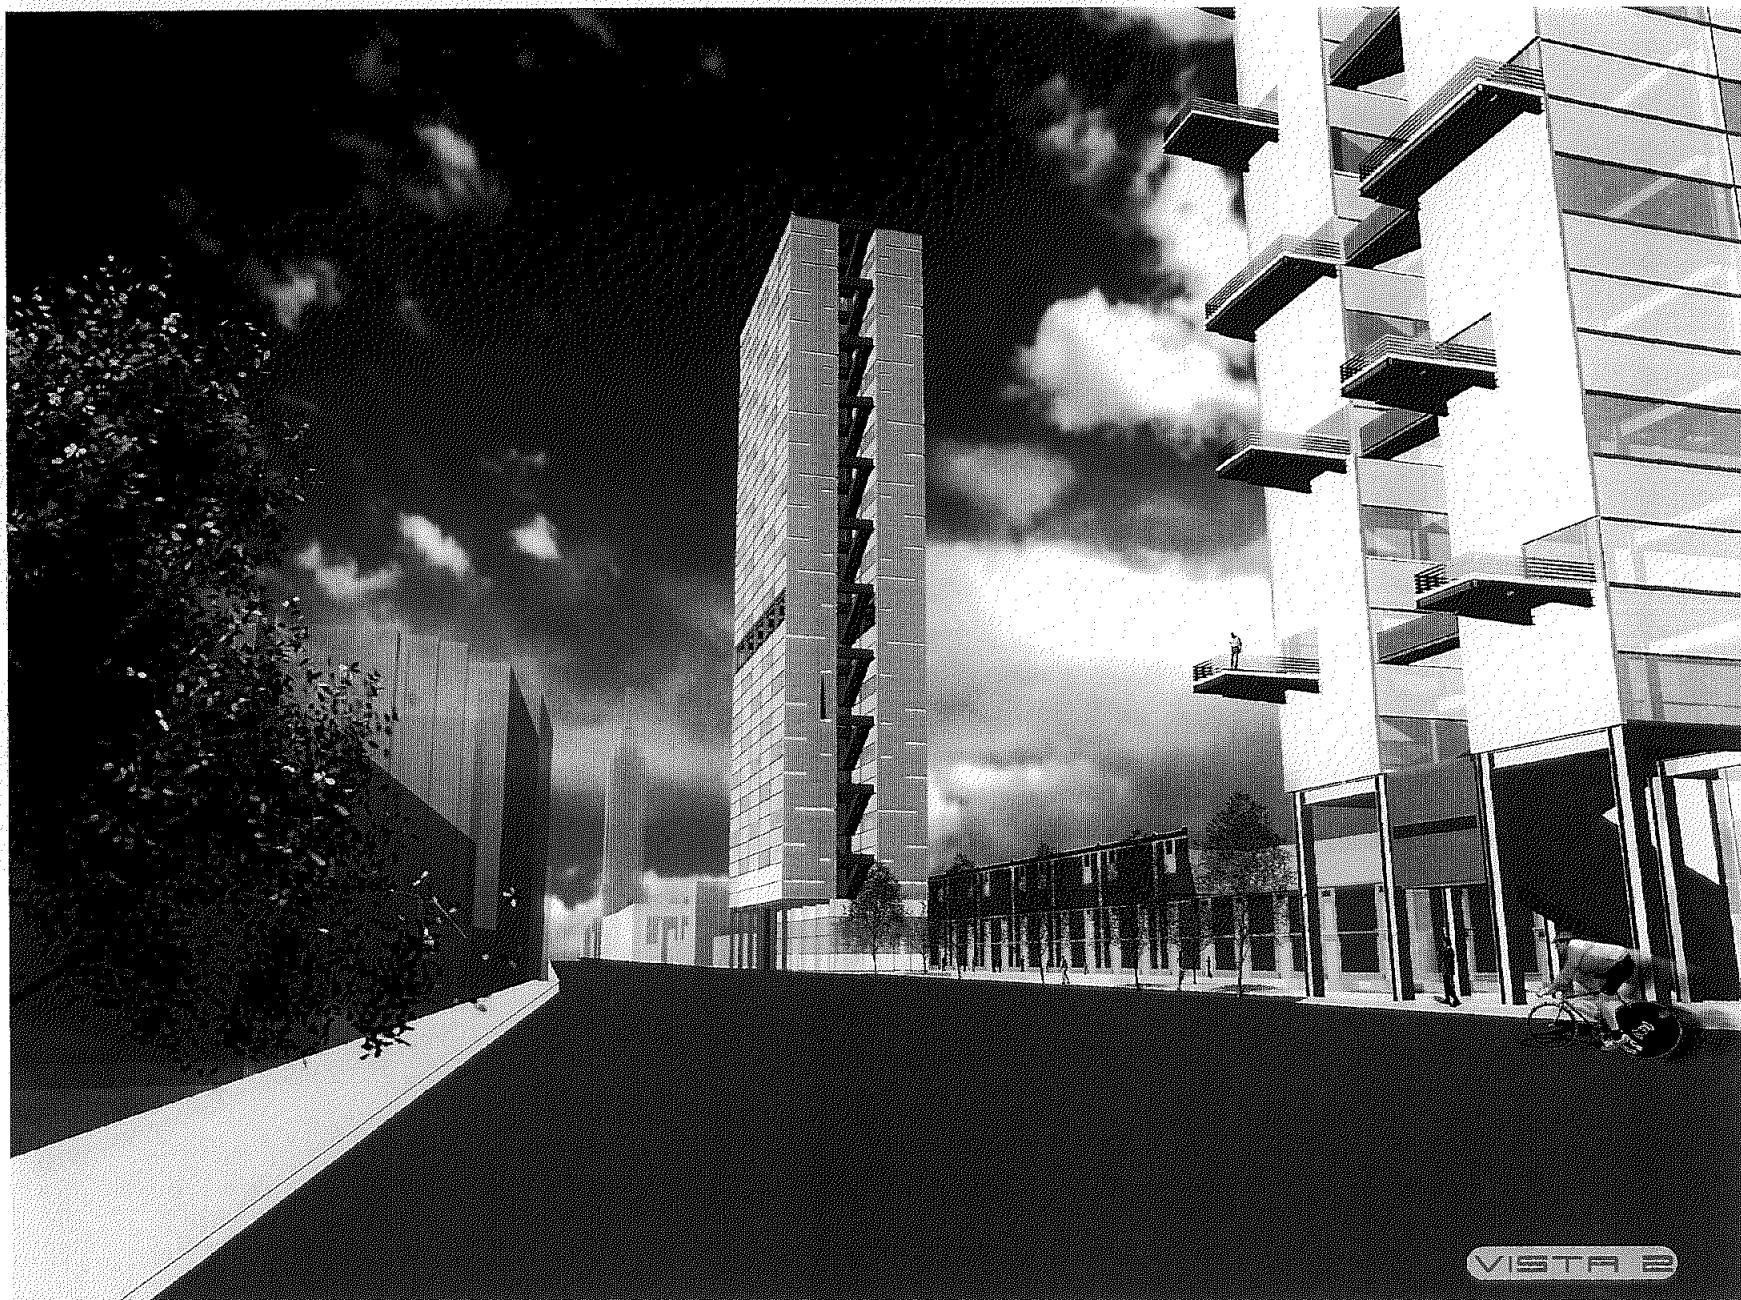







VISTA 4

PROPIUESTA ARQUITECTÓNICA DE INTERVENCIÓN

proyecto de intervención en el Colegio de las Vizcaínas

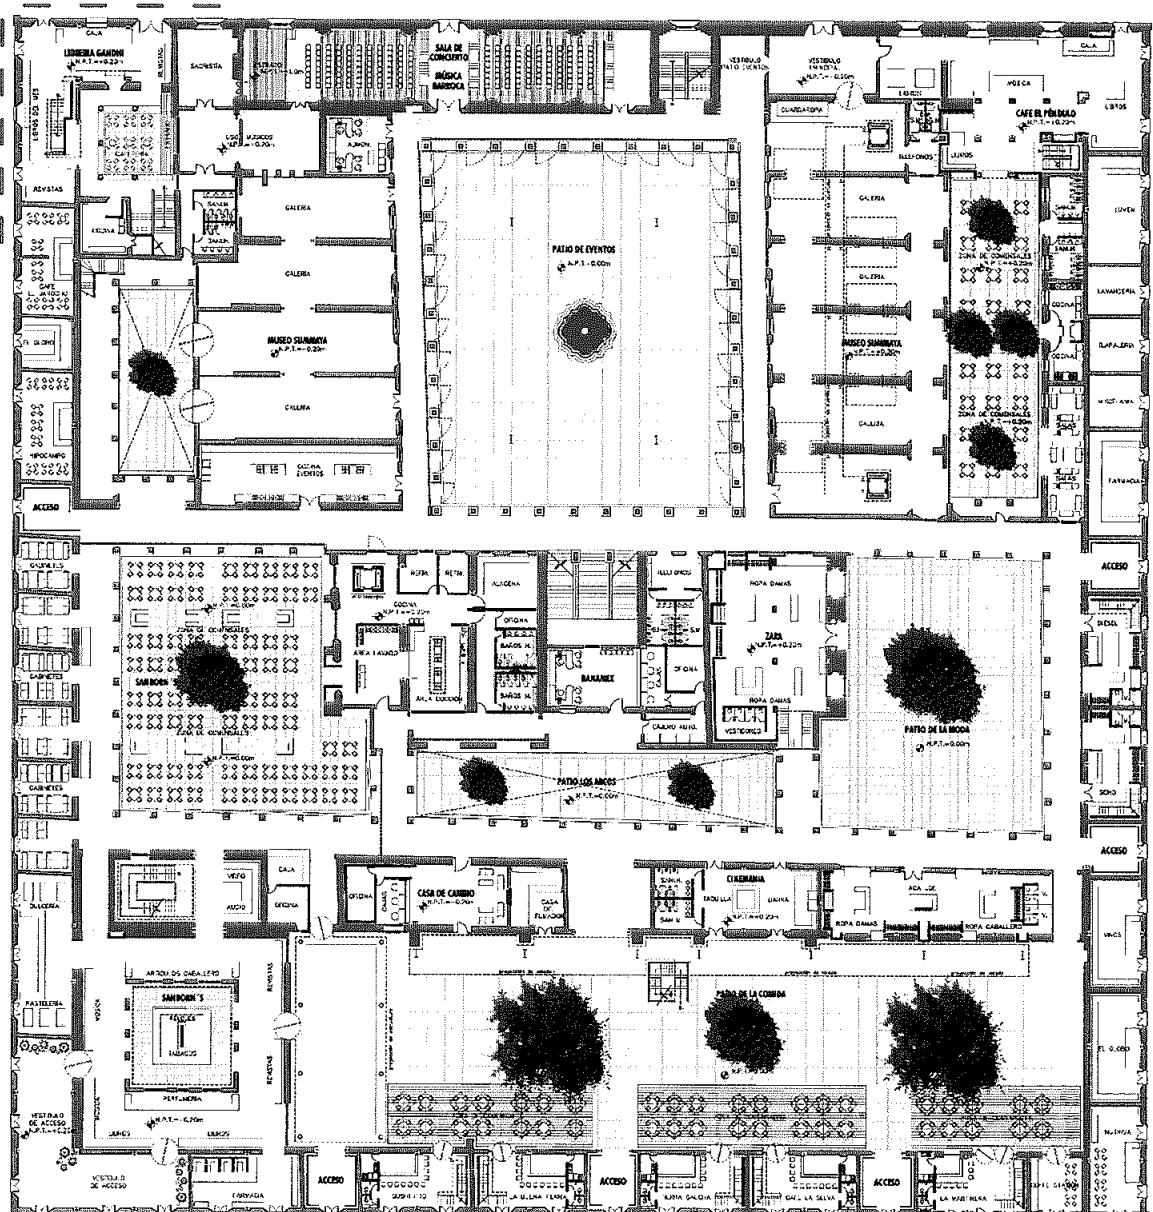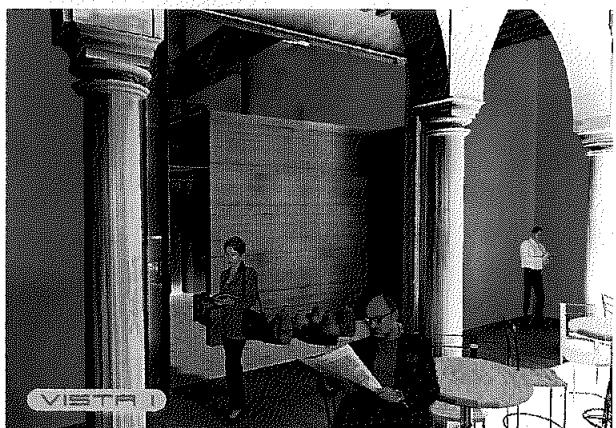



planta arquitectónica baja
Colegio de las Vizcaínas

PROPUESTA ARQUITECTÓNICA DE INTERVENCIÓN

proyecto de intervención en el Colegio de las Vizcaínas

CAPÍTULO 10

42

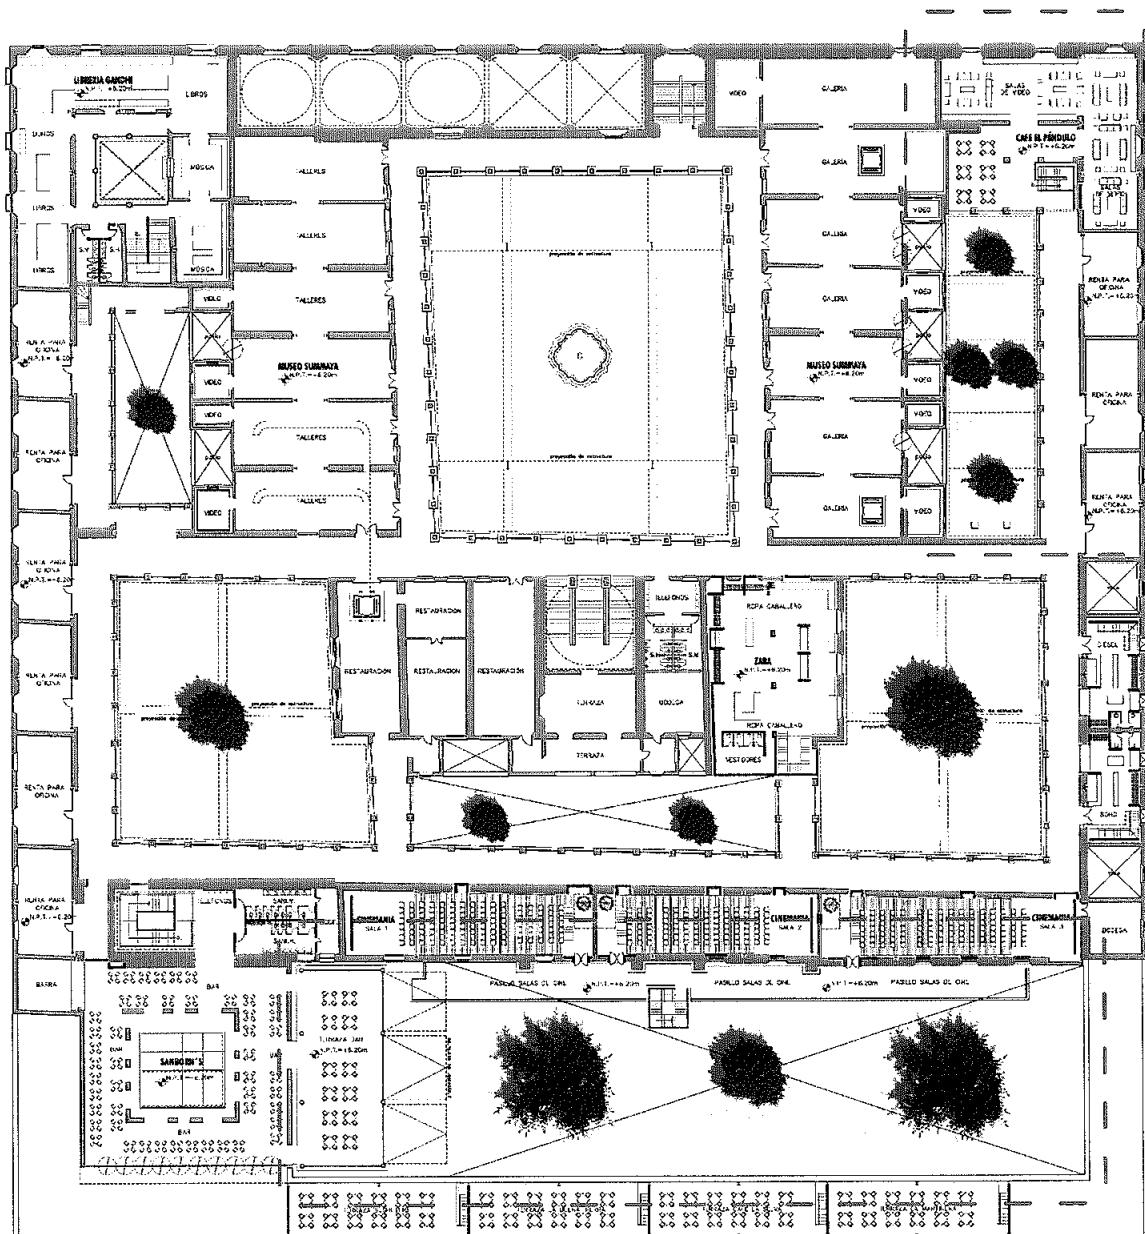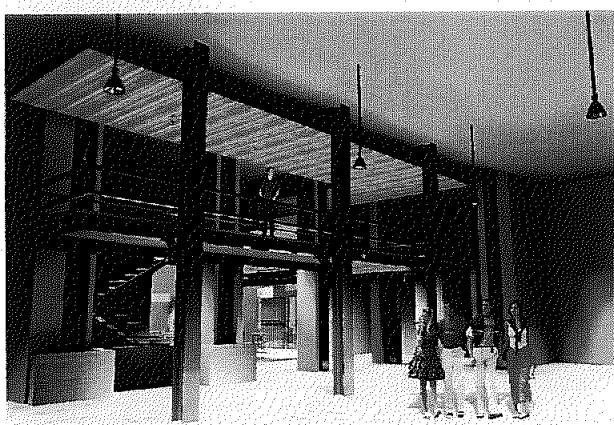


planta arquitectónica alta
Colegio de las Vizcaínas

PROPUESTA ARQUITECTÓNICA DE INTERVENCIÓN




ESTRUCTURA

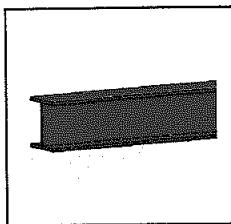


ESTRUCTURA METÁLICA A BASE
DE PERFILES DE ACERO Y TENSORES

ENTREPISOS

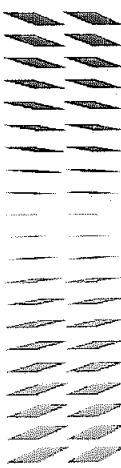

ENTREPISOS A BASE DE LOSACERO

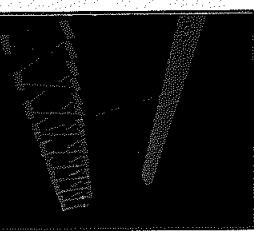

ESCALERAS PRINCIPALES Y DE EMERGENCIA


CIRCULACIONES



PUENTES



CIRCULACIONES

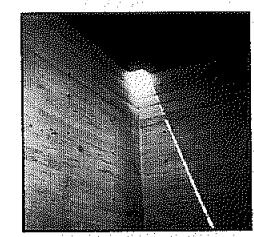


MUROS DE CONCRETO ARMADO
PLACAS CONTENEDORAS




PLACAS

CANCELERÍA A BASE DE PIXELEDADO

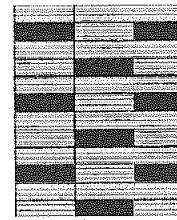

PIELES



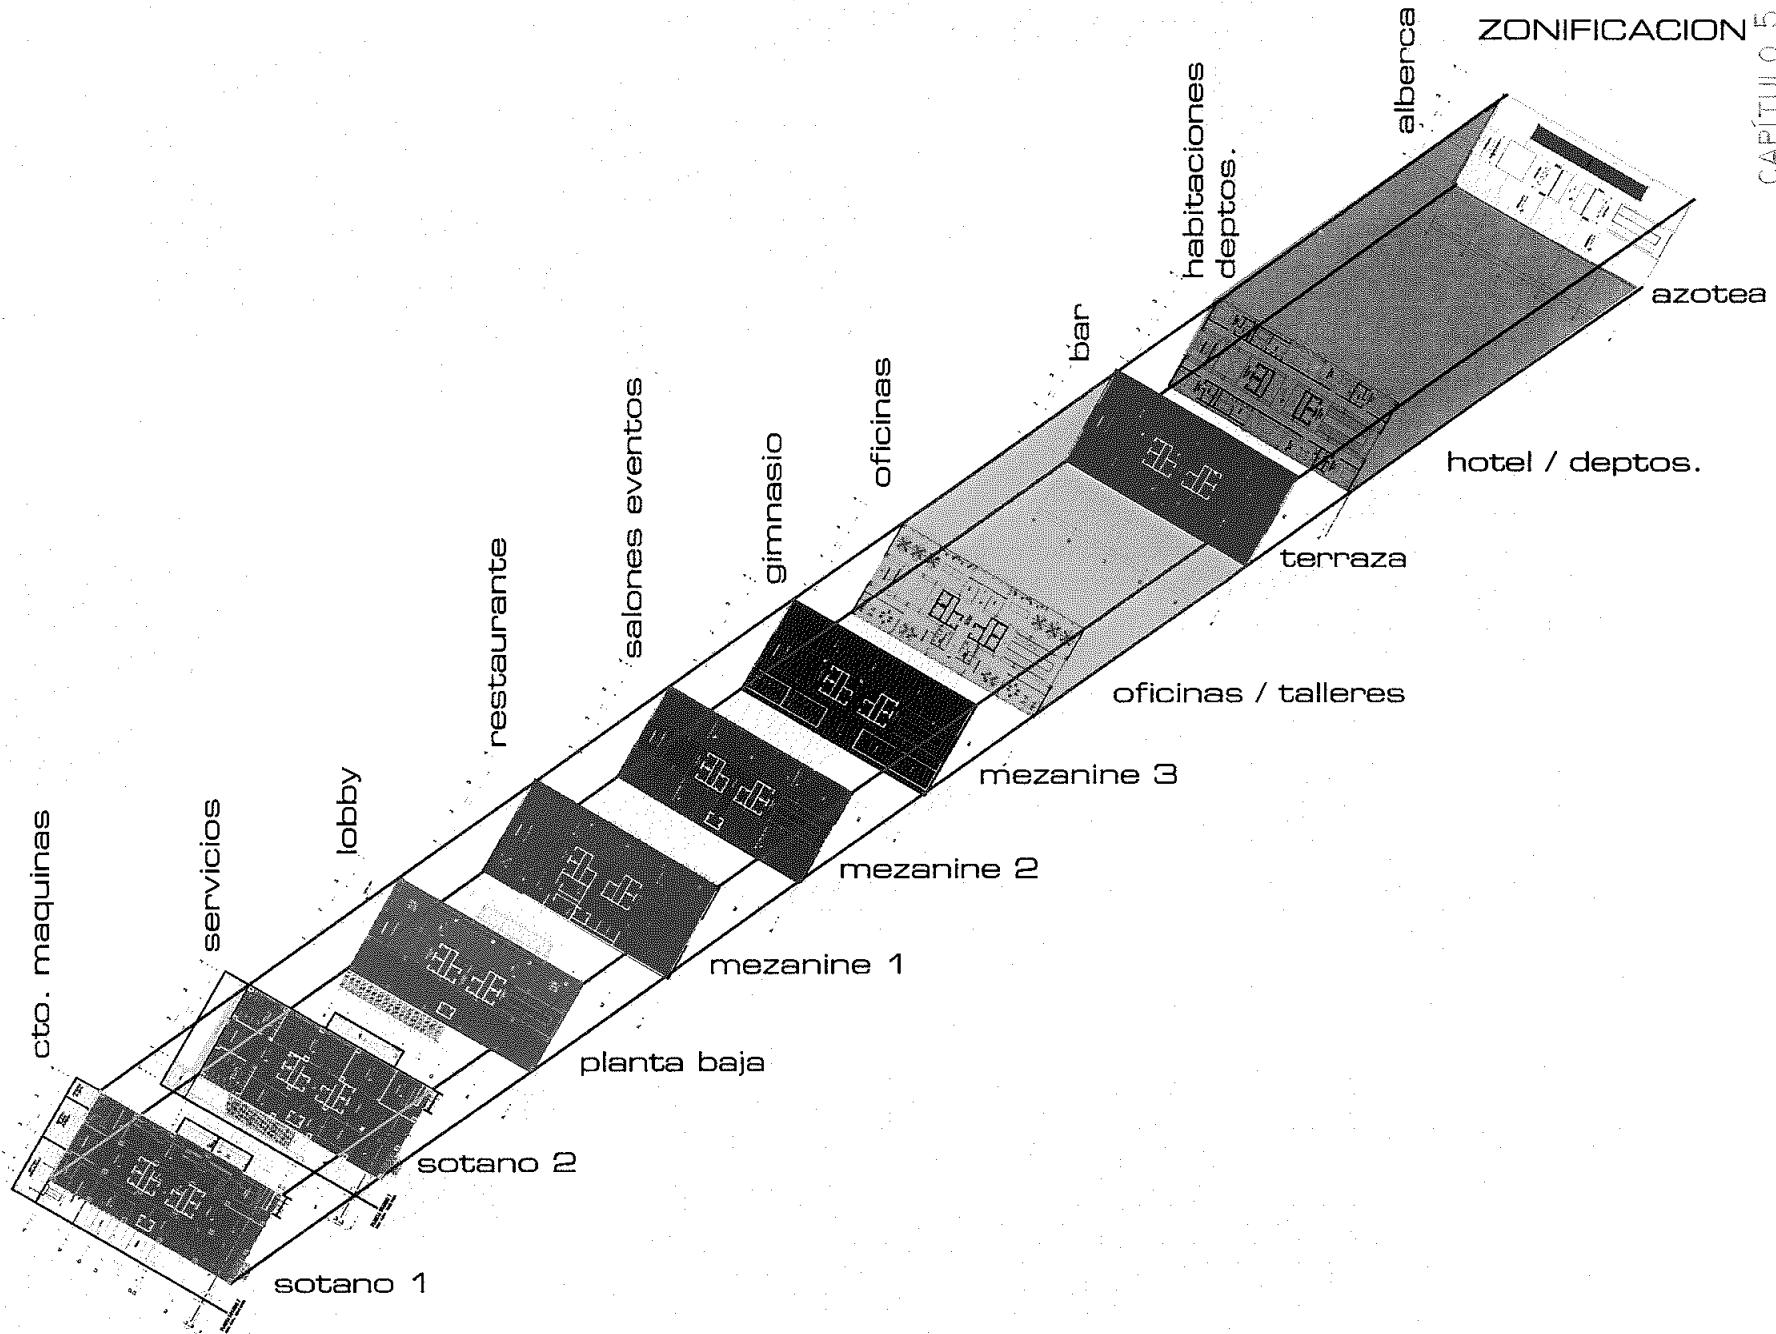

CENTRO INTEGRAL VIZCAINAS

PROGRAMA ARQUITECTÓNICO TORRES POLIFUNCIONALES

ESPACIO	CANTIDAD	M2 X ESPACIO	M2 TOTALES	TOTAL
NIVEL SOTANO1 -9.30m				
CISTERNA AGUA POTABLE m3=293.62	1	65.52m2		
CISTERNA AGUA PLUVIAL FILTRADA m3=217.93	1	48.40m2		
CISTERNA AGUA PLUVIAL m3=77.22	1	17.16m2		
CTO. MAQUINAS BOMBEO/HIDRONEUMATICO	1	95.00m2		
CTO. MAQUINAS EQUIPO CONTRA INCENDIO	1	56.00m2		
PLANTA DE EMERGENCIA	1	47.00m2		
SUBESTACIÓN ELECTRICA	1	172.00m2		
PATIO DE INSTALACIONES	1	54.00m2		
DIESEL TANQUES	1	95.00m2		
ZONA MONTACARGAS	1	32.00m2		
			681.81m2	
CIRCULACIONES (PASILLOS)		187m2		
ELEVADORES		54.80m2		
ESCALERA DE EMERGENCIA		23.00m2		
DUCTOS		6.30m2		
			271.42m2	
				953.23m2
NIVEL SOTANO2 -4.65m				
TANQUES DE GAS	1	30.36m2		
PATIO CISTERNAS	1	106m2		
BAÑOS Y VESTIDORES HOMBRES	1	61.50m2		
BAÑOS Y VESTIDORES MUJERES	1	61.50m2		
INTENDENCIA	1	40.00m2		

ESPACIO	CANTIDAD	M2 X ESPACIO	M2 TOTALES	TOTAL
ZONA DE MONTACARGAS	1	32.00m2		
ANDEN DESCARGA	1	36m2		
LAVANDERIA	1	100m2		
ALMACENES	1	96m2		
TOTAL			563.36m2	
CIRCULACIONES (PASILLOS)		187m2		
ELEVADORES		54.80m2		
ESCALERA DE EMERGENCIA		23.00m2		
DUCTOS		6.30m2		
			271.42m2	
NIVEL PLANTA BAJA ACCESO +0.1550m				834.78m2
AREAS PÚBLICAS HOTEL				
MOTOR LOBBY	1	48.00m2		
VALET/BOTONES	1	18.00m2		
RECEPCIÓN	1	16.00m2		
LOBBY	1	272.00m2		
SERVICIOS PB. HOTEL				
ELEVADORES HOTEL	4	6.00m2	2400m2	
VESTIBULO ELEVADORES	1	20m2		
ESCALERA PRINCIPAL	1	56.00m2		
ESCALERA DE EMERGENCIA	1	23.00m2		
MONTACARGAS	1	7.22m2		
DUCTOS	1	12.6m2		

ESPACIO	CANTIDAD	M2 X ESPACIO	M2 TOTALES	TOTAL
AREAS PÚBLICAS OFICINAS				
RECEPCIÓN	1	7.68m2		
SEVICIOS EN PB. OFICINAS				
ELEVADORES OFICINAS	2	7.22m2	14.44m2	
TOTAL			518.94m2	
CIRCULACIONES (PASILLOS)		280.00m2	280.00m2	
				798.94m2
NIVEL MEZANINE +9.30m				
ADMINISTRACIÓN				
RELACIONES PÚBLICAS	1	18.53m2		
MONITOREO	1	35.00m2		
SALA DE ESPERA	1	10.78m2		
RESTAURANTE				
ÁREA DE COMENSALES	1	248.50m2		
COCINA				
COCINA FRIA	1	25.00m2		
COCINA CALIENTE	1	36.00m2		
LAVADO DE VAJILLA	1	17.00m2		
ALACENA	1	5.00m2		
REFRIGERADORES CARNES	1	5.00m2		
REFRIGERADORES FRUTAS Y VERDURAS	1	5.00m2		
MONTACARGAS	1	7.22m2		

ESPACIO	CANTIDAD	M2 X ESPACIO	M2 TOTALES	TOTAL
ENTREGA Y RECEPCIÓN	1	32.00m2		
SERVICIOS EN MEZANINE1 HOTEL				
SANITARIO HOMBRES	1	18.35m2		
SANITARIO MUJERES	1	18.35m2		
ELEVADORES HOTEL	4	6.00m2	24.00m2	
VESTIBULO ELEVADORES	1	20.00m2		
ESCALERA PRINCIPAL	1	56.00m2		
ESCALERA DE EMERGENCIA	1	23.00m2		
DUCTOS	1	21.60m2		
TOTAL			626.33m2	
				626.33m2
NIVEL MEZANINE2 +13.95m				
SALON DE EVENTOS	2	124.25m2	248.50m2	
SALON USOS MULTIPLES	2	115.23m2	230.40m2	
SERVICIOS EN MEZANINE2 HOTEL				
ELEVADORES HOTEL	4	6.00m2		
VESTIBULO ELEVADORES	1	20.00m2		
VESTIBULO GENERAL	1	34.00m2		
ESCALERA PRINCIPAL	1	56.00m2		
ESCALERA DE EMERGENCIA	1	23.00m2		
MONTACARGAS	1	7.22m2		
DUCTOS	1	12.60m2		
TOTAL			655.78m2	
CIRCULACIONES (PASILLOS)		17.65m2	17.65m2	

ESPACIO	CANTIDAD	M2 X ESPACIO	M2 TOTALES	TOTAL
				673.43m2
NIVEL MEZANINE3 +18.60m				
GIMNASIO	1	248.50m2		
SERVICIOS EN MEZANINE3 HOTEL				
BAÑOS Y VESTIDORES HOMBRES	1	32.00m2		
BAÑOS Y VESTIDORES MUJERES	1	32.00m2		
SAUNA Y VAPÓR	1	68.00m2		
VESTIBULO	1	37.00m2		
ESCALERA PRINCIPAL	1	56.00m2		
ESCALERA DE EMERGENCIA	1	23.00m2		
DUCTOS	1	17.34m2		
ELEVADORES HOTEL	4	6.00m2	24.00m2	
ELEVADORES OFICINAS	2	7.22m2	14.44m2	
VESTIBULO ELEVADORES	1	20.00m2		
TOTAL			572.28m2	
CIRCULACIONES (PASILLOS)		86.12m2	86.12m2	
				658.40m2
NIVEL OFICINAS TIPO 1-2 = +23.25m, 32.55m, 41.85m				
AREA PARA RENTAR TIPO 1				
AREA DE RENTA	12	104.50m2	1254.00m2	
SITE	6	10m2	60.00m2	
SERVICIOS EN OFICINAS TIPO 1				
SANITARIO HOMBRES	1	10m2		
SANITARIO MUJERES	1	10.m2		

ESPACIO	CANTIDAD	M2 X ESPACIO	M2 TOTALES	TOTAL
ELEVADORES OFICINAS	2	7.22m2	14.44m2	
VESTIBULO	1	27.00m2		
ESCALERA PRINCIPAL	1	56.00m2		
ESCALERA DE EMERGENCIA	1	23.00m2		
TERRAZA	1	12.00m2		
DUCTOS	1	12.60m2		
CIRCULACIONES (PASILLOS)		30.00m2	30.00m2	
TOTAL			1509.04m2	
AREA PARA RENTAR TIPO 2				
AREA DE RENTA	4	196.00m2	784.00m2	
SITE	4	10.m2	40m2	
SERVICIOS EN OFICINAS TIPO 2				
SANITARIO HOMBRES	1	10m2		
SANITARIO MUJERES	1	10.m2		
ELEVADORES OFICINAS	2	7.22m2	14.44m2	
VESTIBULO	1	27.00m2		
ESCALERA PRINCIPAL	1	56.00m2		
ESCALERA DE EMERGENCIA	1	23.00m2		
TERRAZA	1	42.00m2		
DUCTOS	1	12.60m2		
CIRCULACIONES (PASILLOS)		30.00m2	30.00m2	
TOTAL			1050.00m2	2559.04m2

ESPACIO	CANTIDAD	M2 X ESPACIO	M2 TOTALES	TOTAL
NIVEL TERRAZA +46.50m				
bar	1	440.00m2		
SERVICIOS EN TERRAZA				
SANITARIOS HOMBRES	1	10.00m2		
SANITARIOS MUJERES	1	10.00m2		
ESCALERA PRINCIPAL	1	56.00m2		
ESCALERA DE EMERGENCIA	1	23.00m2		
ELEVADORES HOTEL	4	6.00m2	24.00m2	
ELEVADORES OFICINAS	2	7.22m2	14.44m2	
VESTIBULO	1	27.00m2		
DUCTOS	1	12.60m2		
TOTAL			619.04m2	
CIRCULACIONES (PASILLOS)		62.00m2	62.00m2	681.04m2
NIVEL HABITACIONES TIPO 1-2=				
+51.15m, 60.45m, 69.75m, 79.05m, 88.35m, 97.65m				
HABITACIÓN TIPO 1	24	26.50m2	636m2	
BAÑO c/CLOSET TIPO 1	24	12.50m2	300m2	
HABITACIÓN TIPO 2	24	36m2	864m2	
BAÑO c/CLOSET TIPO 2	24	15m2	360m2	
SERVICIOS EN HABITACIONES TIPO 1-2				
ELEVADORES HOTEL	4	6m2	24.00m2	
VESTIBULO ELEVADORES	1	26m2		
ESCALERA PRINCIPAL	1	56.00m2		
ESCALERA DE EMERGENCIA	1	23.00m2		

ESPACIO	CANTIDAD	M2 X ESPACIO	M2 TOTALES	TOTAL
DUCTOS	1	17.10m2		
TOTAL			2308.10m2	
CIRCULACIONES (PASILLOS)		143.10m2	143.10m2	
				2451.20m2
NIVEL HABITACIONES TIPO 3-4= +55.80m, 65.10m, 74.40m, 83.70m, 93.00m, 102.30m				
HABITACIÓN TIPO 3	20	26.50m2	530m2	
BAÑO c/CLOSET TIPO 3	20	12.50m2	250m2	
HABITACIÓN TIPO 4 (SUITE)	10	68.56m2	658.60m2	
VESTIDOR	10	16.50m2	165m2	
BAÑO	10	16.30m2	163m2	
SERVICIOS EN HABITACIONES TIPO 1-2				
ELEVADORES HOTEL	4	6m2	24.00m2	
VESTIBULO ELEVADORES	1	26m2		
ESCALERA PRINCIPAL	1	56.00m2		
ESCALERA DE EMERGENCIA	1	23.00m2		
DUCTOS	1	17.10m2		
TOTAL			1941.70m2	
CIRCULACIONES (PASILLOS)		143.10m2	143.10m2	
				2084.80m2
NIVEL INSTALACIONES +102.30m				
INSTALACIONES	1	546.70m2		
ELEVADORES	4	6m2	24.00m2	
VESTIBULO	1	26m2		
DUCTOS	1	17.10m2		

PROGRAMA ARQUITECTONICO

ESPACIO	CANTIDAD	M2 X ESPACIO	M2 TOTALES	TOTAL
ESCALERA PRINCIPAL	1	56.00m2		
ESCALERA DE EMERGENCIA	1	23.00m2		
TOTAL			694.80m2	694.80m2
NIVEL AZOTEA +106.95m				
ALBERCA	1	152.75m2		
ASOLEADERO	1	381.81m2		
SNACKBAR	2	20.33m2	40.66m2	
ESCALERA PRINCIPAL	1	56.00m2		
ESCALERA DE EMERGENCIA	1	23.00m2		
			654.22m2	
CIRCULACIONES (PASILLOS)		16.00m2	16.00m2	670.22m2
TOTAL DE CONSTRUCCIÓN TORRE NORTE				13,686.21m2
TOTAL DE CONSTRUCCIÓN TORRE SUR				13,686.21m2
ESTACIONAMIENTOS				10,200.00m2
TOTAL DE CONSTRUCCIÓN (sin contar intervención en Vizcaínas)				37,572.42M2

MODELO DE COSTO PARA "CENTRO INTEGRAL VIZCAÍNAS"

Superficie construida: (m2)		37,572.42
Costo por metro cuadrado	\$	15,000.00
Costo total de obra	\$	563,586,300.00
AREAS VERDES	\$	50,000.00
COSTO TOTAL SIN TERRENO	\$	563,636,300.00

DISTRIBUCIÓN POR SUBSISTEMAS CONSTRUCTIVOS

Subsistema	\$/m2 2003	total 2003	%
1.0 estructura	\$ 3,460.00	\$ 195,000,859.80	34.60
2.0 acabados	\$ 1,180.00	\$ 66,503,183.40	11.80
3.0 instalaciones	\$ 2,500.00	\$ 140,896,575.00	25.00
4.0 complementos	\$ 2,100.00	\$ 118,353,123.00	21.00
5.0 organización	\$ 760.00	\$ 42,832,558.80	7.60
	\$ 10,000.00	\$ 563,586,300.00	100.00

ANÁLISIS SUBSISTEMA 1 ESTRUCTURA

componente	\$/m2 2003	total 2003	%
1.1 trabajos preliminares	\$ 294.10	\$ 16,575,073.08	8.50
1.2 cimentacion	\$ 982.64	\$ 55,380,244.18	28.40
1.3 superestructura	\$ 2,183.26	\$ 123,045,542.53	63.10
	\$ 3,460.00	\$ 195,000,859.80	100.00

ANÁLISIS SUBSISTEMA 2 ALBANILERIA Y ACABADOS

componente	\$/m2 2003	total 2003	%
2.1 muros	\$ 574.66	\$ 32,387,050.32	48.70
2.2 pisos	\$ 421.26	\$ 23,741,636.47	35.70
2.3 plafones	\$ 56.64	\$ 3,192,152.80	4.80
2.4 cubierta ext.	\$ 20.06	\$ 1,130,554.12	1.70
2.5 detalles	\$ 107.38	\$ 6,051,789.69	9.10
	\$ 1,180.00	\$ 66,503,183.40	100.00

Donde:

S= superficie total del área por construirse

C= costo unitario por m², estimado para la construcción, basados en el manual de costos BIMSA CMDG.

F= factor para la superficie por construirse

I= factor inflacionario acumulado a la fecha de contratación de los servicios profesionales. Banco de México

K= factor correspondiente a cada uno de los componentes arquitectónicos del proyecto contratado.

Ahora en números:

S= 37,572.42

C= \$ 15,000.00 M²

F= 5.17

I= 1.16% (según Banco de México, Mayo de 2003); por lo tanto I=1.0116

K= estará basado en el todo 100%, por lo tanto K=1.0

Entonces:

H=

33,799,397.58

$$H = \{ (37,572.42 \text{m}^2)(15,000 \text{ pesos m}^2) (5.17)(1.0116) / 100 \} 1.0$$

por lo tanto H=\$

33,799,397.58 pesos

De los cuales:

Plan conceptual	16%	5407903.613
Plan preliminar	18%	6083891.565
Plan básico	18%	6083891.565
Plan de edificación	48%	16223710.84
Proyecto arquitectónico	100.00%	33799397.58 pesos

*** Honorarios establecidos por el Arancel, publicado por el Colegio de Arquitectos de México en el 2003, con base en las gráficas ED.G-01 para la edificación de lo arquitectónico.

CRITERIO DE MANTENIMIENTO

Costo anual = 2% del costo directo de la obra

Costo directo de la obra	\$	563,636,300.00
Costo de mantenimiento anual	\$	11,272,726.00

Períodos		total 2003	%
pavimentos, banquetas y señales	\$	1,690,908.90	0.15
areas verdes	\$	1,690,908.90	0.15
instalaciones exteriores	\$	2,254,545.20	0.20
equipos especiales	\$	2,254,545.20	0.20
estructura de la cubierta	\$	563,636.30	0.05
instalaciones de la cubierta	\$	563,636.30	0.05
albañilería y acabados	\$	563,636.30	0.05
instalaciones interiores	\$	845,454.45	0.08
complementos 7.50%	\$	845,454.45	0.08
	\$	11,272,726.00	100.00

*** mantenimiento se estableció mediante un sistema COMPARATIVO



**CENTRO INTEGRAL
VIZCAÍNAS**

Proyecto: TESIS PROFESIONAL

Ubicación:
EJE CENTRAL LAZARO CARDENAS Y VIZCAÍNAS
CENTRO HISTÓRICO - PERIMERO "A"
DELEGACIÓN CUAUHTÉMOC



Simbología:

-LAS COTAS RIGEN AL DIBUJO
-LAS COTAS ESTAN EN CENTÍMETROS
-LOS NIVELES ESTAN EN METROS
-VERIFICAR MEDIDAS EN OBRA


INDICA NIVEL DE PISO TERMINADO
INDICA CAMBIO DE NIVEL
— INDICA COTA A NIVEL
— INDICA COTA A EJE
— INDICA COTA DE PÁRIO A EJE
— INDICA COTA DE PÁRIO A EJE

**PLANTA
GENERAL
ARQUITECTÓNICA**

Fecha: 20/04 Escala: 1:1250
Archivo: PG-01.dwg

Edificio: Nivel: 0 Sección: 0
Número: ESTAVILLO LARA CHRISTIAN
Diseño: PG-01

JOSÉ MA. IZAZAGA

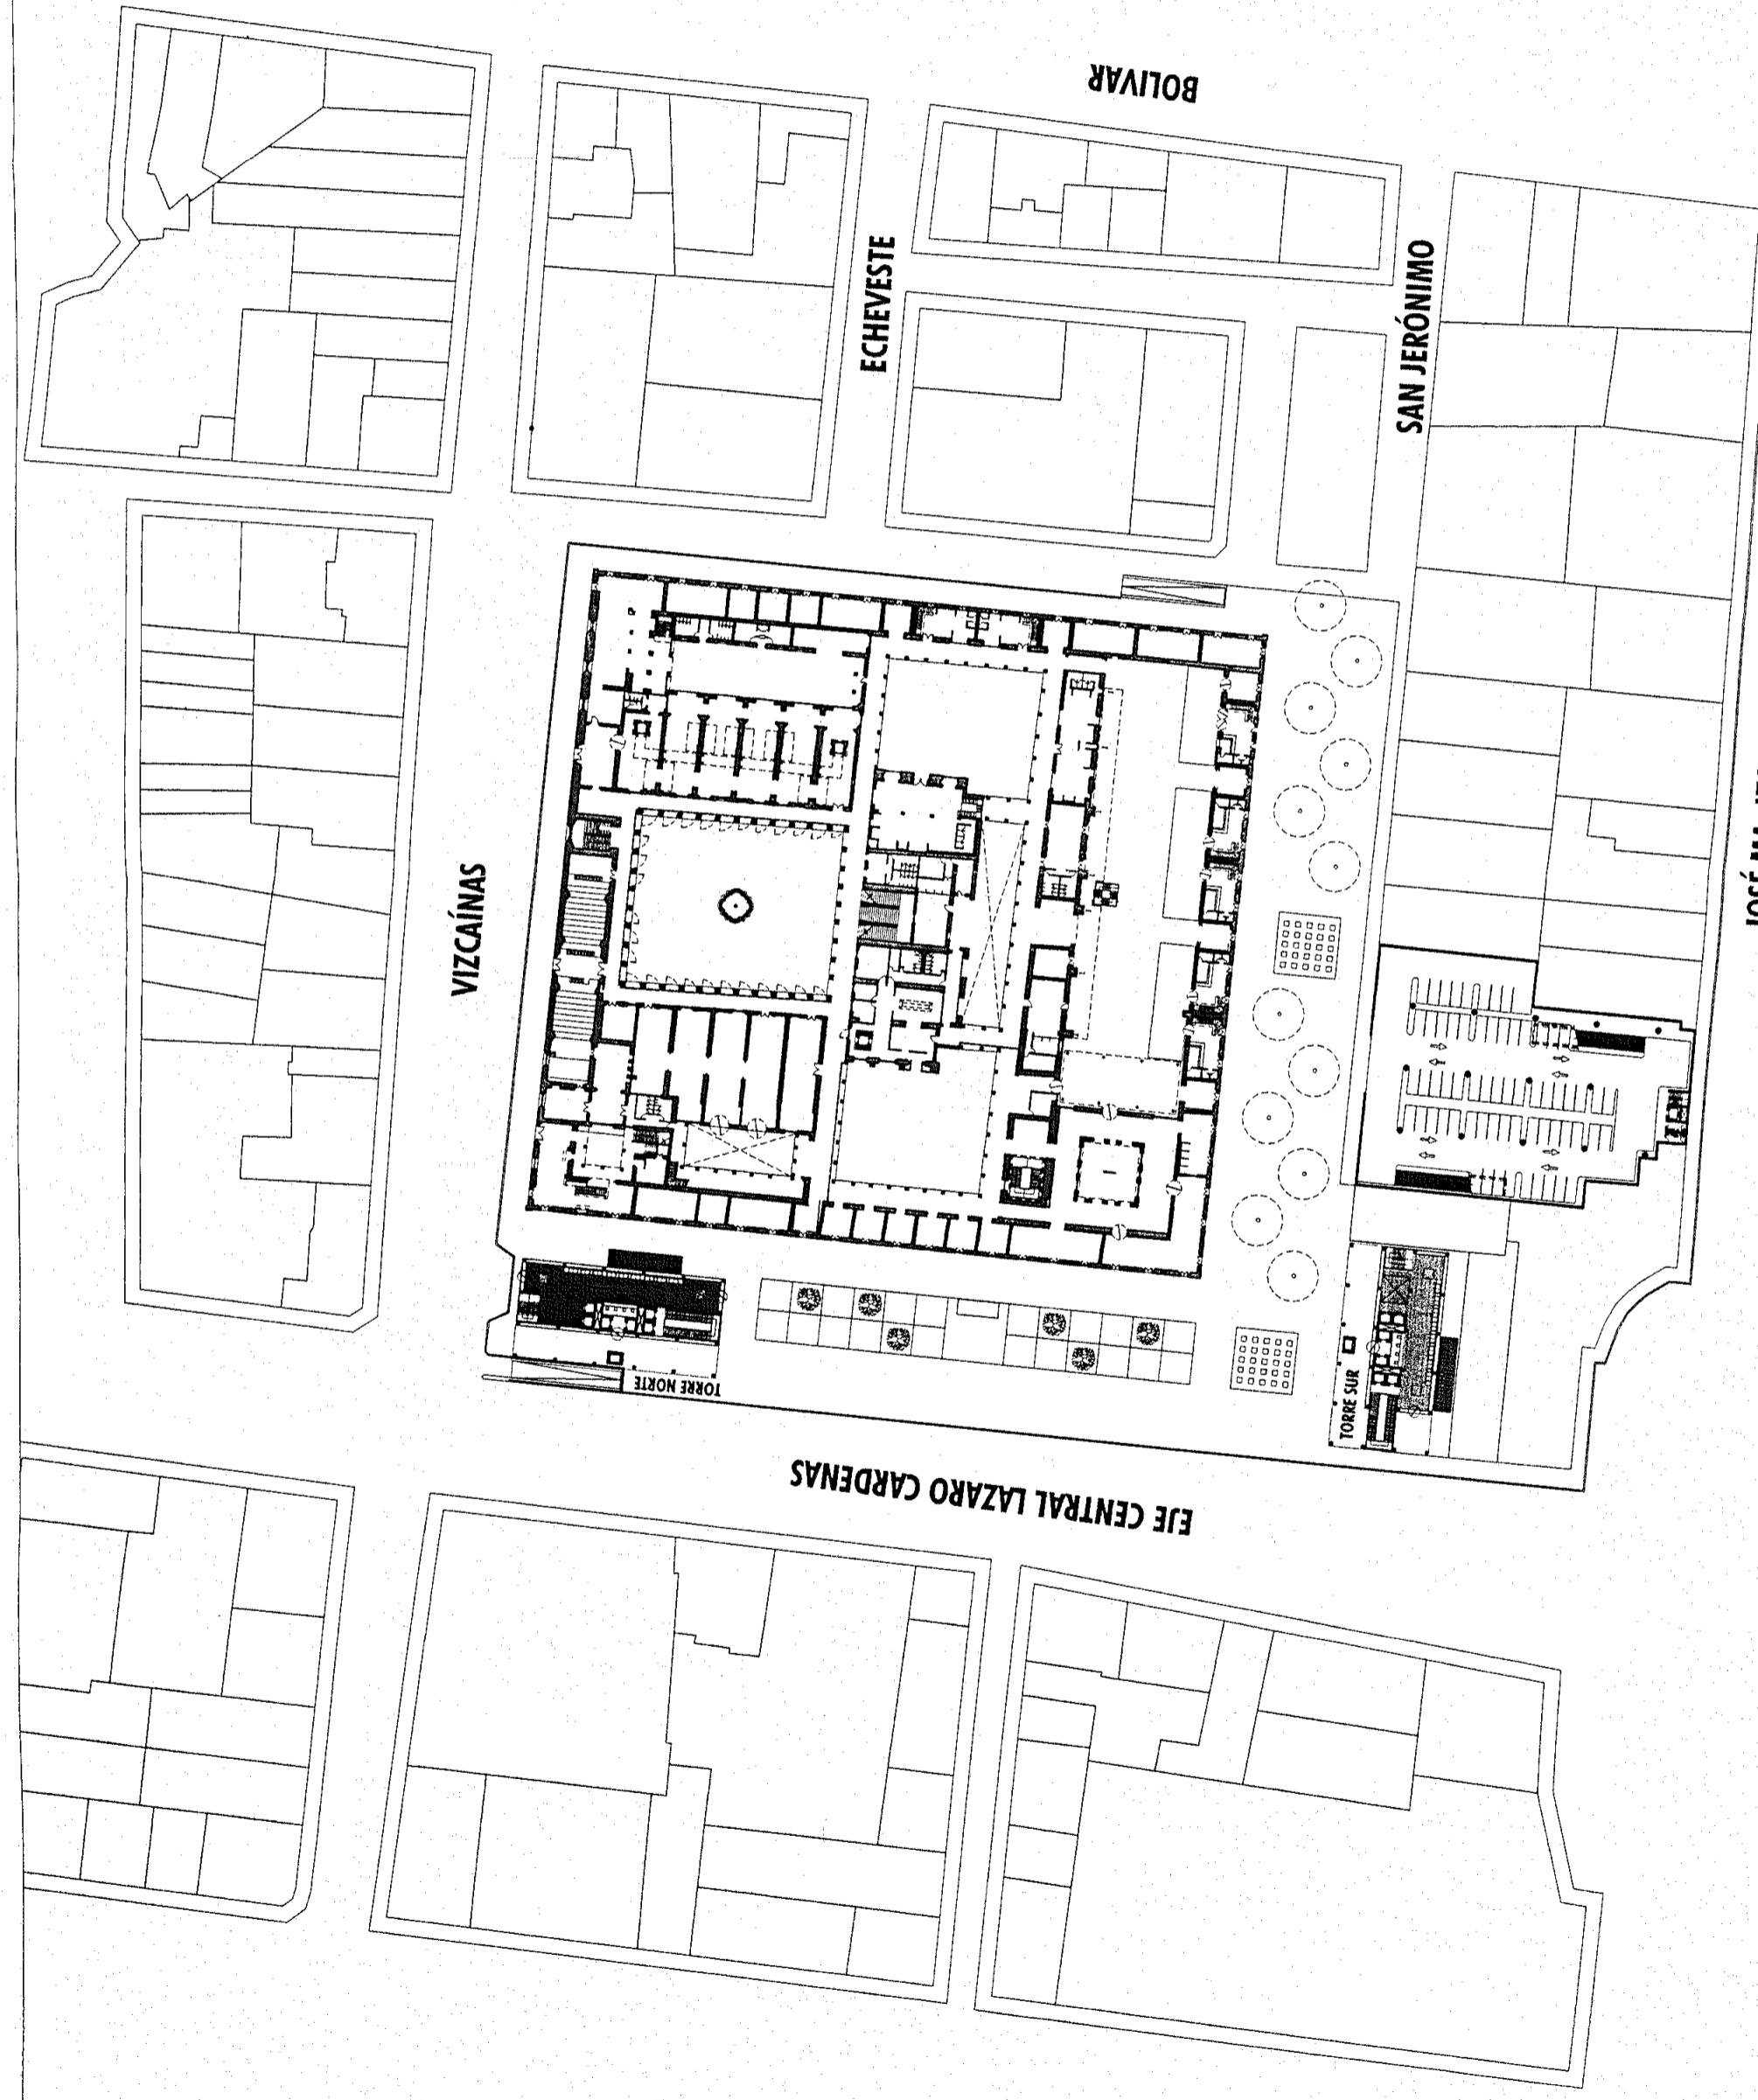



**CENTRO INTEGRAL
VIZCAÍNAS**

Proyecto:
TESIS PROFESIONAL

Licitación:
**EJE CENTRAL Lázaro Cárdenas y Vizcaínas
CENTRO HISTÓRICO - FRENTE "A"
DELEGACIÓN CUAUHTEMOC**


Instalaciones N = +106.35m
azotea N = +102.30m

Símbolo:
— INDICA NIVEL DE PISO TERMINADO
— INDICA CAMBIO DE NIVEL
— 2.00 — INDICA COTA A PÁNO
— 2.00 — INDICA COTA A EJE
— 2.00 — INDICA COTA DE PÁNO A EJE

PLANO: **CORTE GENERAL CONJUNTO**

Fecha: 2004 | Escala: 1:500
Archivo: CC-01.dwg
Editor: | Nivel: 0 | Sección:

Nombre: ESTAVILLO LARA CHRISTIAN
Clove: CC-01

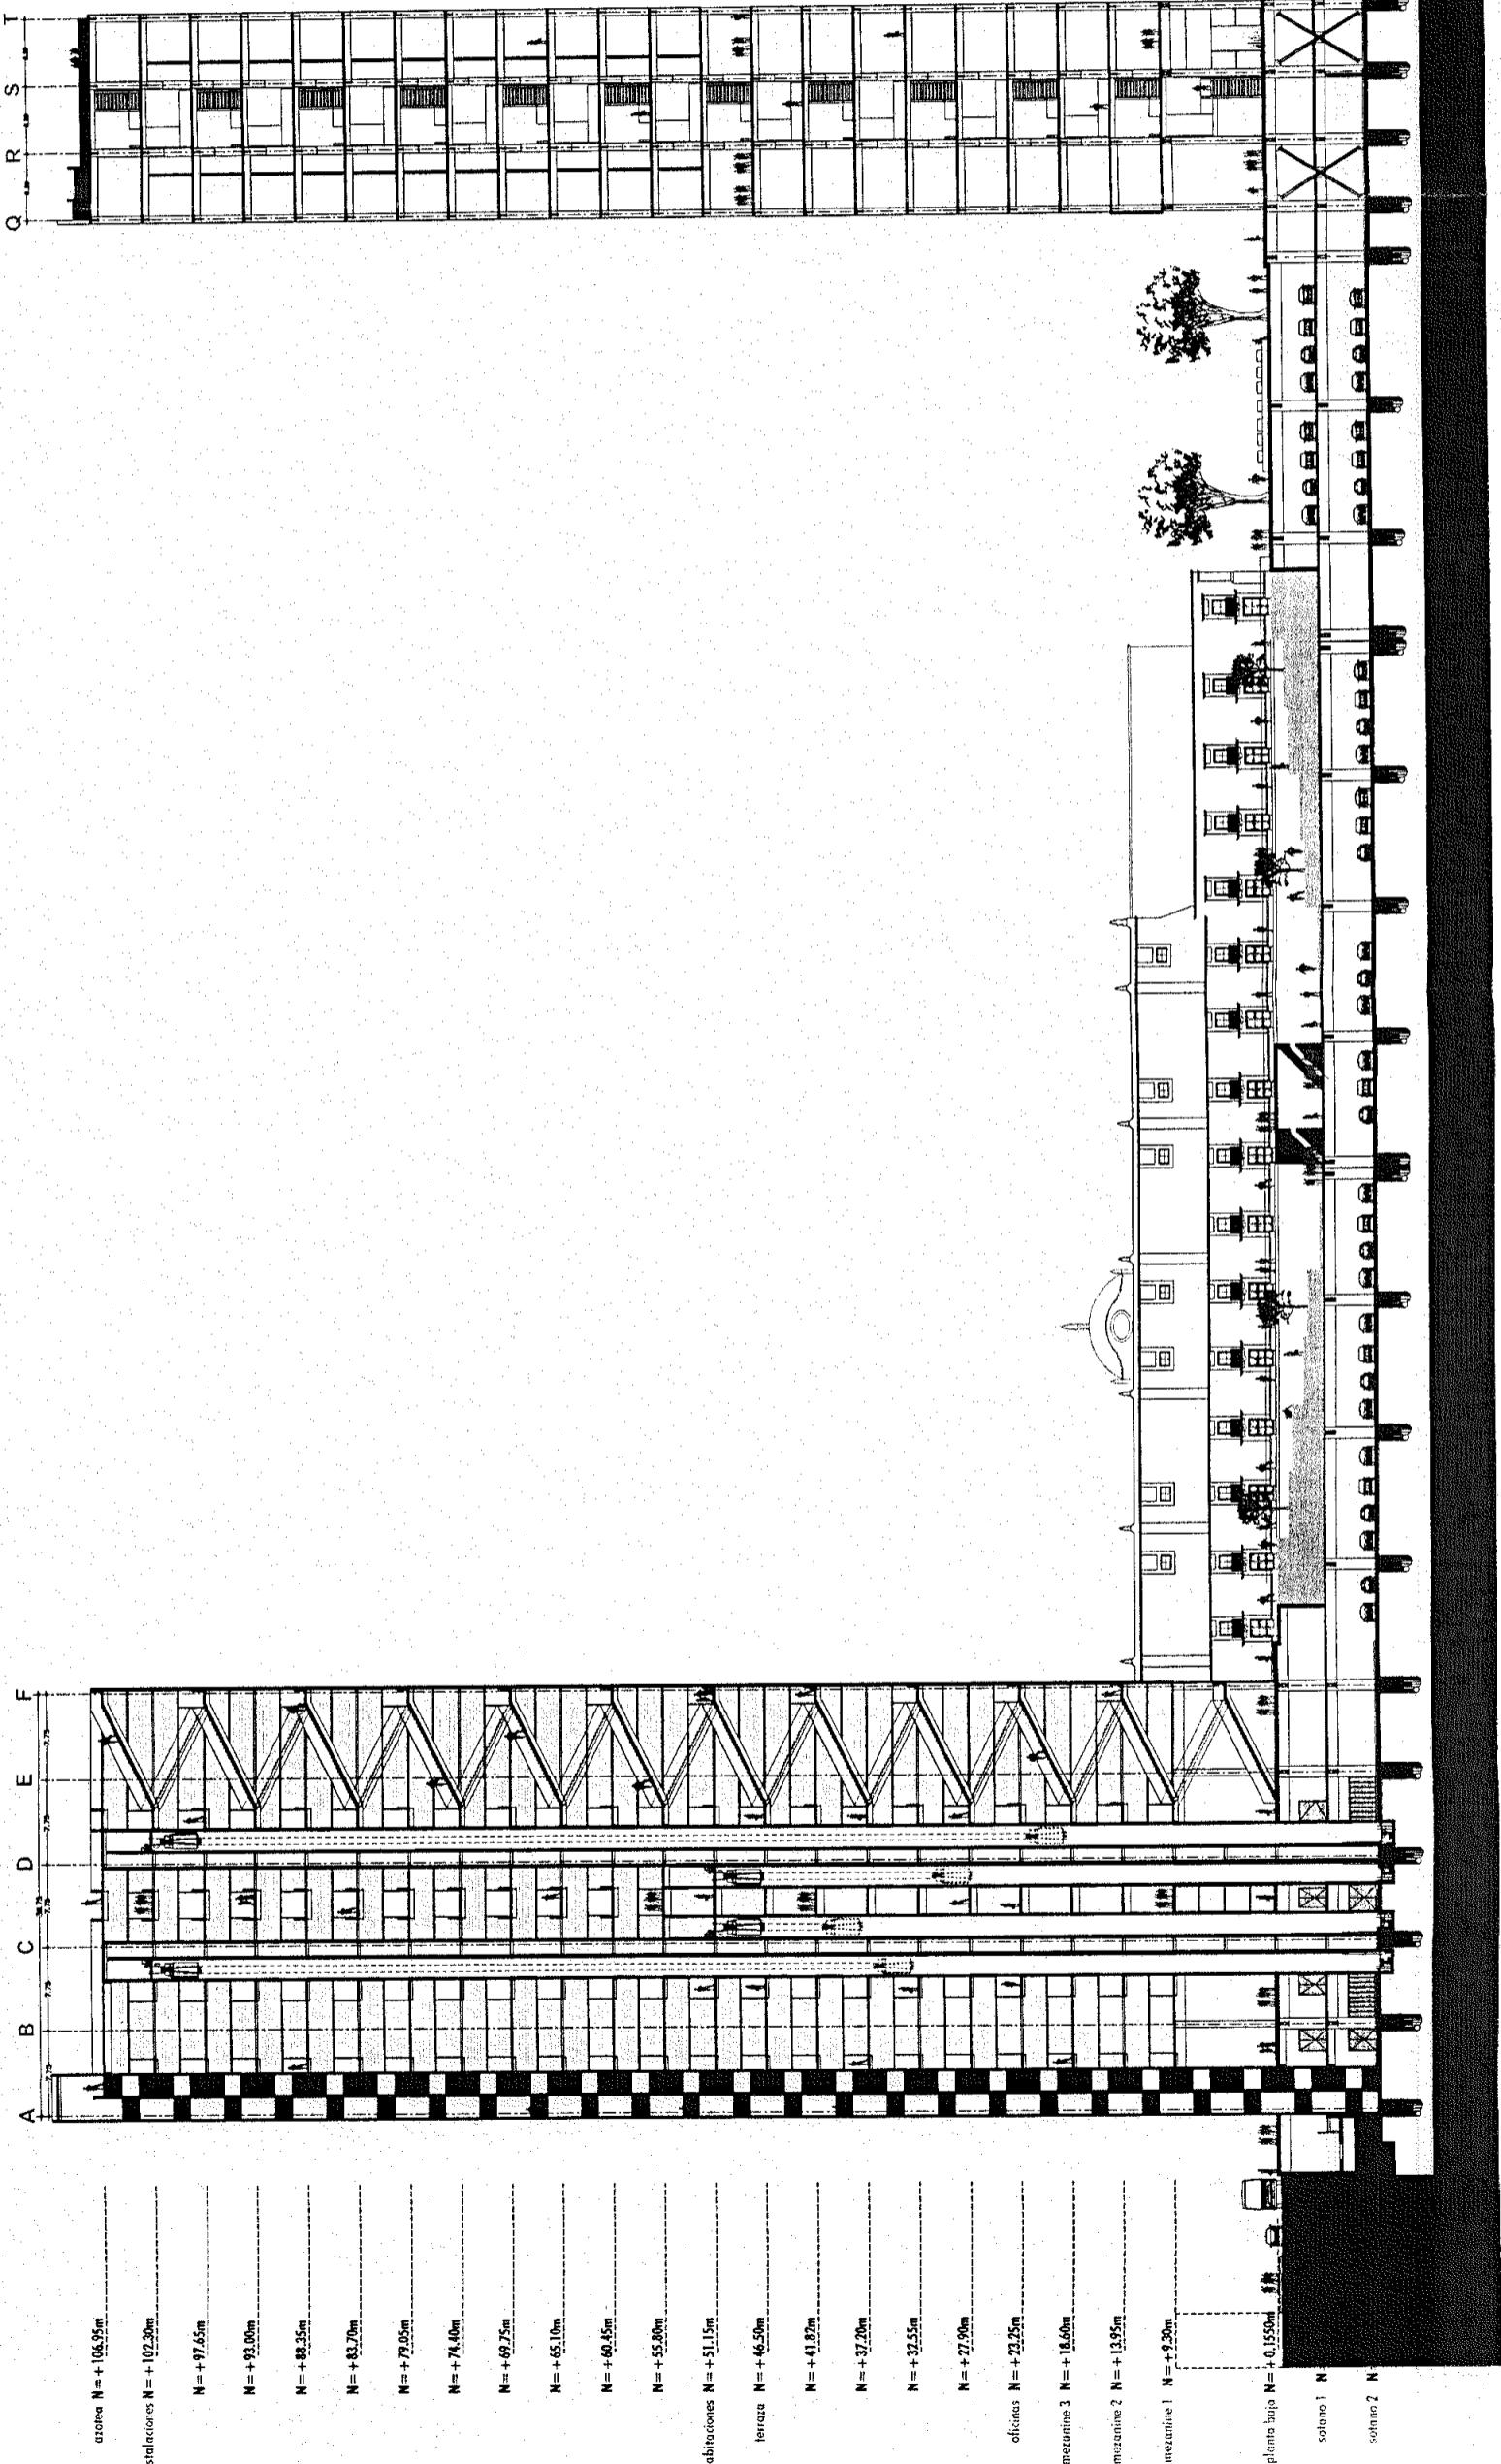



**PROYECTO:
TESIS PROFESIONAL
CENTRO INTEGRAL
VIZCAÍNAS**

CLASSIFICATION

100

CENTRO INTEGRAL
VIZCAÍNAS


Simbología:

- LAS COTAS RIGEN AL DIBUJO
- LAS COTAS ESTAN EN CENTIMETROS
- LOS NIVELES ESTAN EN METROS
- VERIFICAR MEDIDAS EN OBRA

N.P.T. INDICA NIVEL DE PISO TERMINADO
 INDICA CAMBIO DE NIVEL
 INDICA COTA A PÁNO
 INDICA COTA A BIE
 INDICA COTA DE PÁNO A BIE

**PLANTAS
BASAMENTOS**

Archivo:	SOT-00-G.dwg		
Edificio:	GENERAL	Nivel: -9,3m	Sección:
Nombre:	ESTAVILLO LARA CHRISTIAN		
(Firma):	SOT-00		

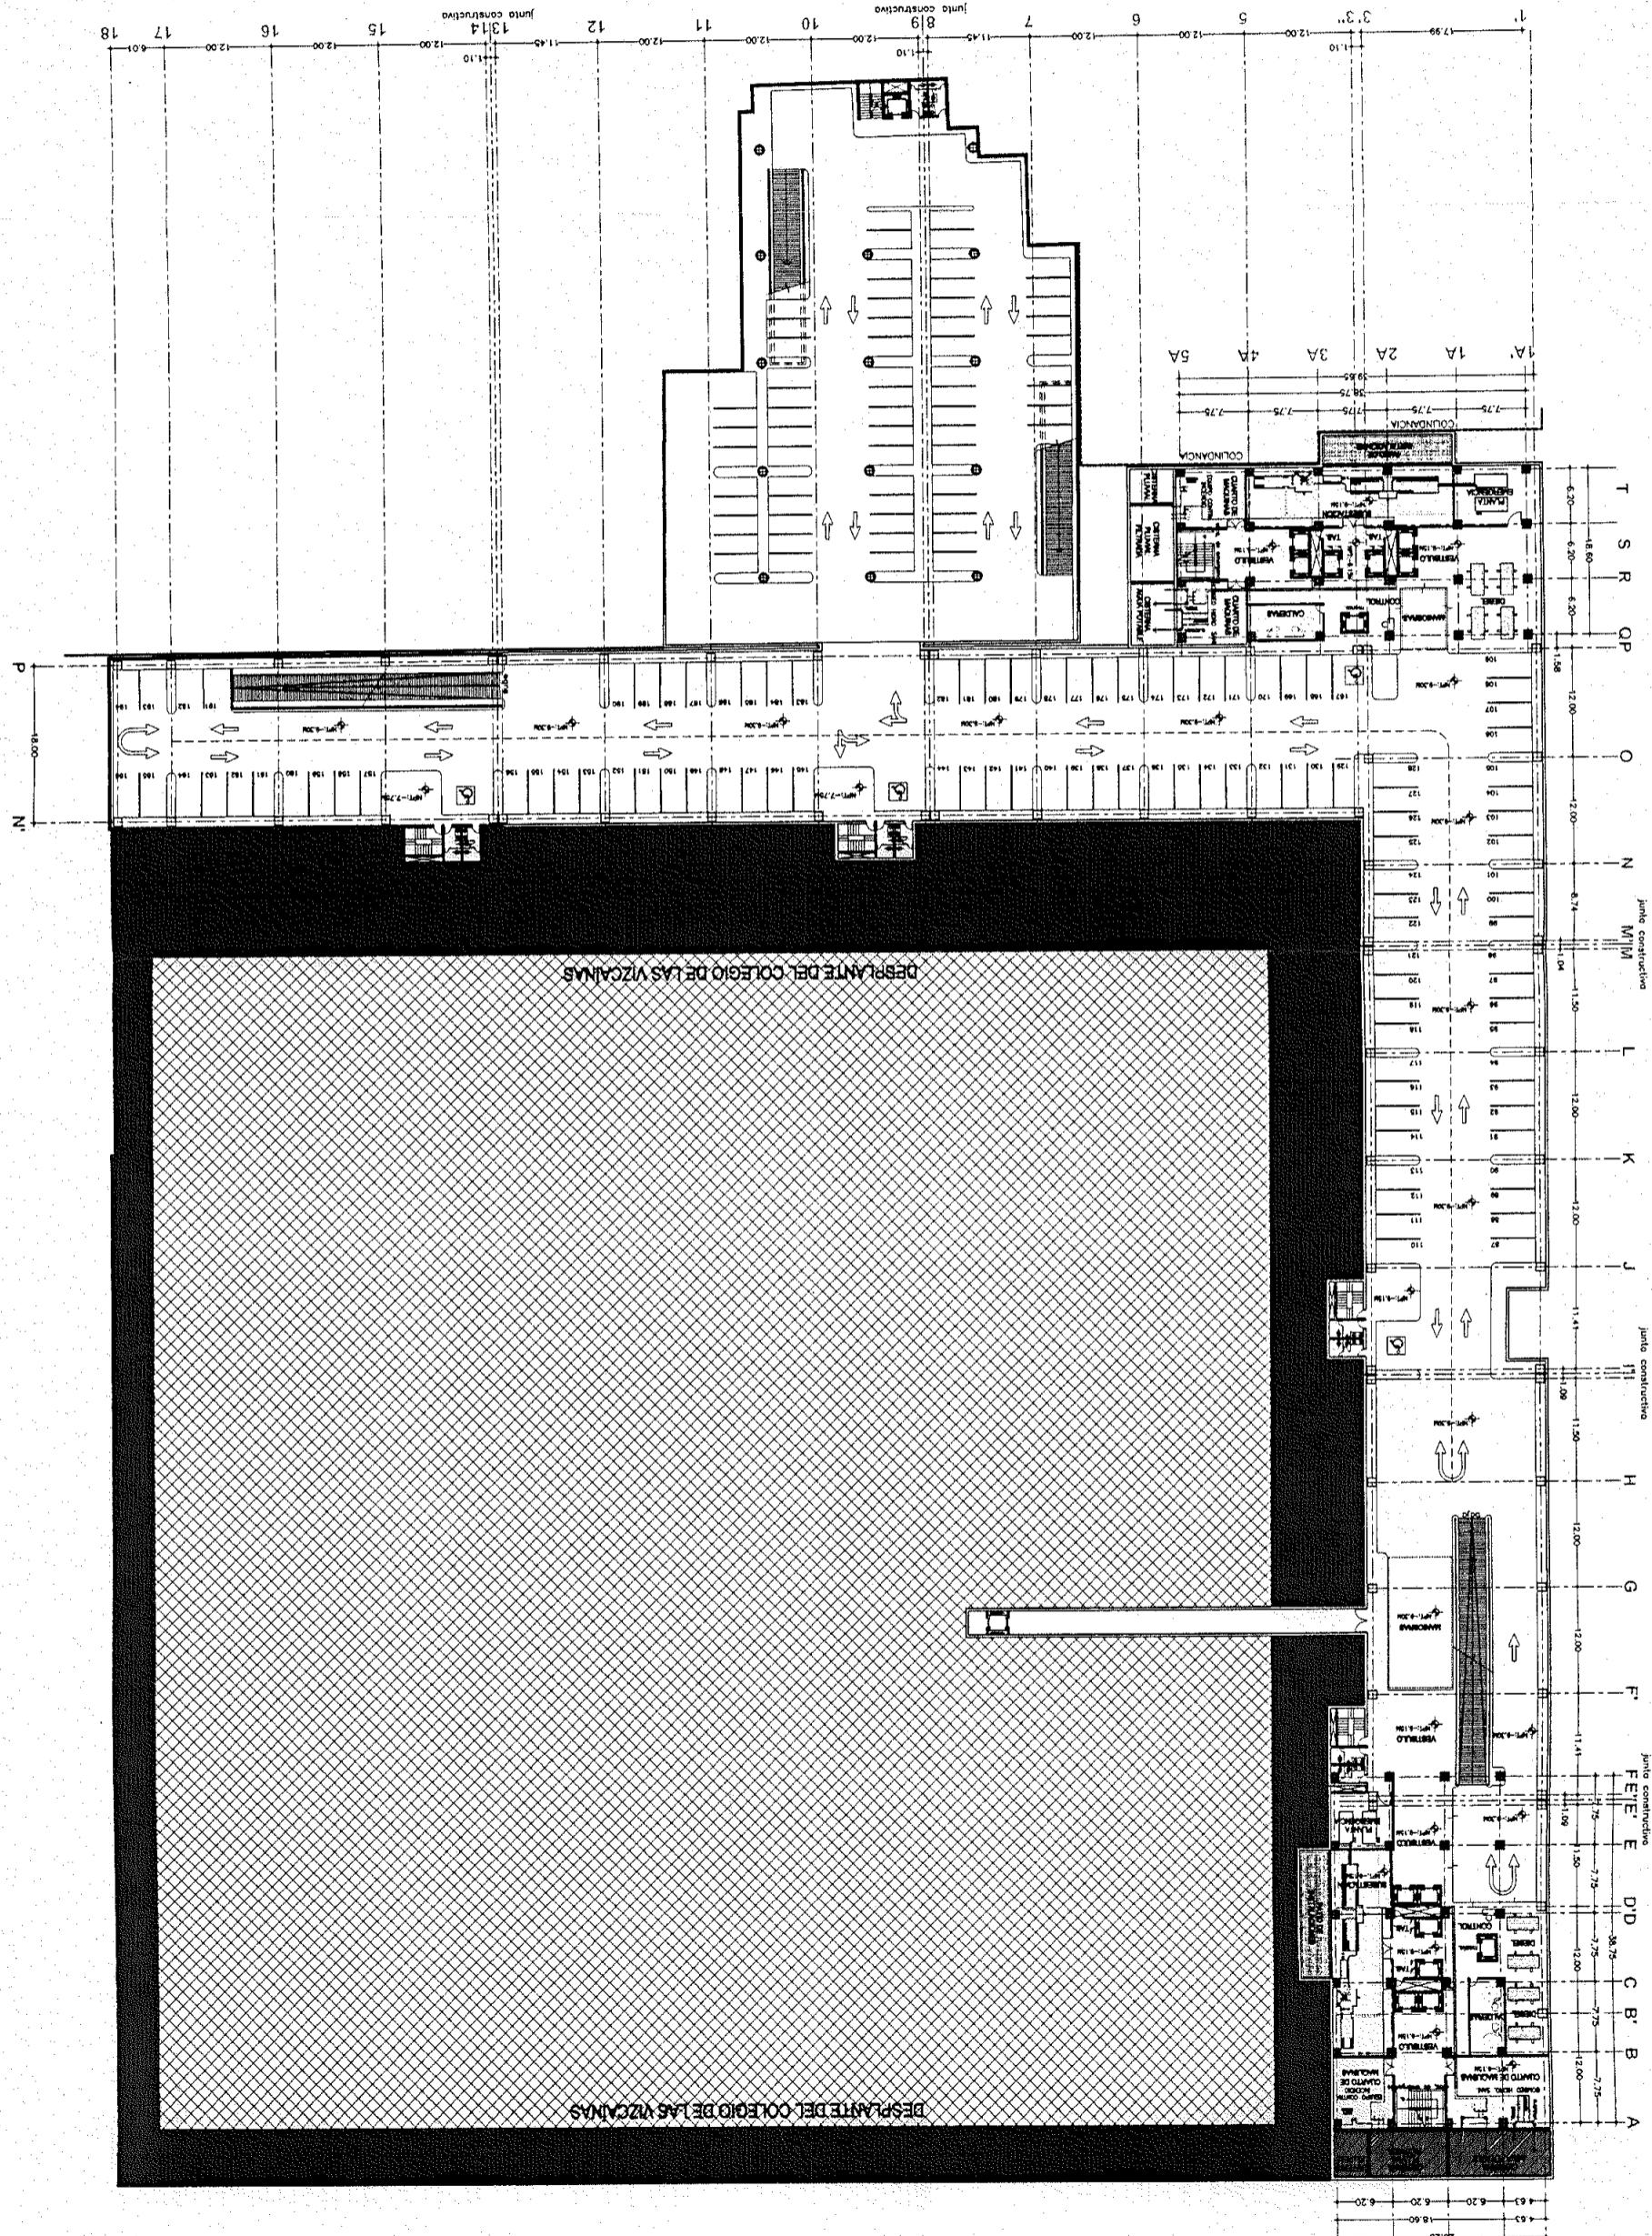



TESIS PROFESIONAL
CENTRO INTEGRAL
VIZCAÍNAS

Proyecto:

COTIZACIÓN

Ubicación:
EJE CENTRAL LAZARO CARDENAS Y VIZCAÍNAS
CENTRO HISTÓRICO - PERÍMETRO "A"
DELEGACIÓN COAHUILA DE MÉXICO

Orientación:

Créditos de autorización:

Símbolo:

- INDICA NIVEL DE PISO TERMINADO
- INDICA CAMBIO DE NIVEL
- INDICA COTA A PÁNO
- + INDICA COTA A EJE
- + INDICA COTA DE PÁNO A EJE
- INDICA MEDIDAS EN METROS

LAS COTAS RIGEN AL DIBUJO
 LAS COTAS ESTAN EN CENTÍMETROS
 LOS NIVELES ESTAN EN METROS
 VERIFICAR MEDIDAS EN OBRA

INDICA NIVEL DE PISO TERMINADO
 INDICA CAMBIO DE NIVEL
 INDICA COTA A PÁNO
 + INDICA COTA A EJE
 + INDICA COTA DE PÁNO A EJE
 - INDICA MEDIDAS EN METROS

PLANTAS
BASAMENTOS

Plano:

SOT-00-G.dwg


Escala: 1:750

Archivo:

Edificio: **GENERAL** Nivel: **4.65m** Sección: **9**

Nombre: **ESTAVILLO LARA CHRISTIAN**

Calle: **SOT-00'**

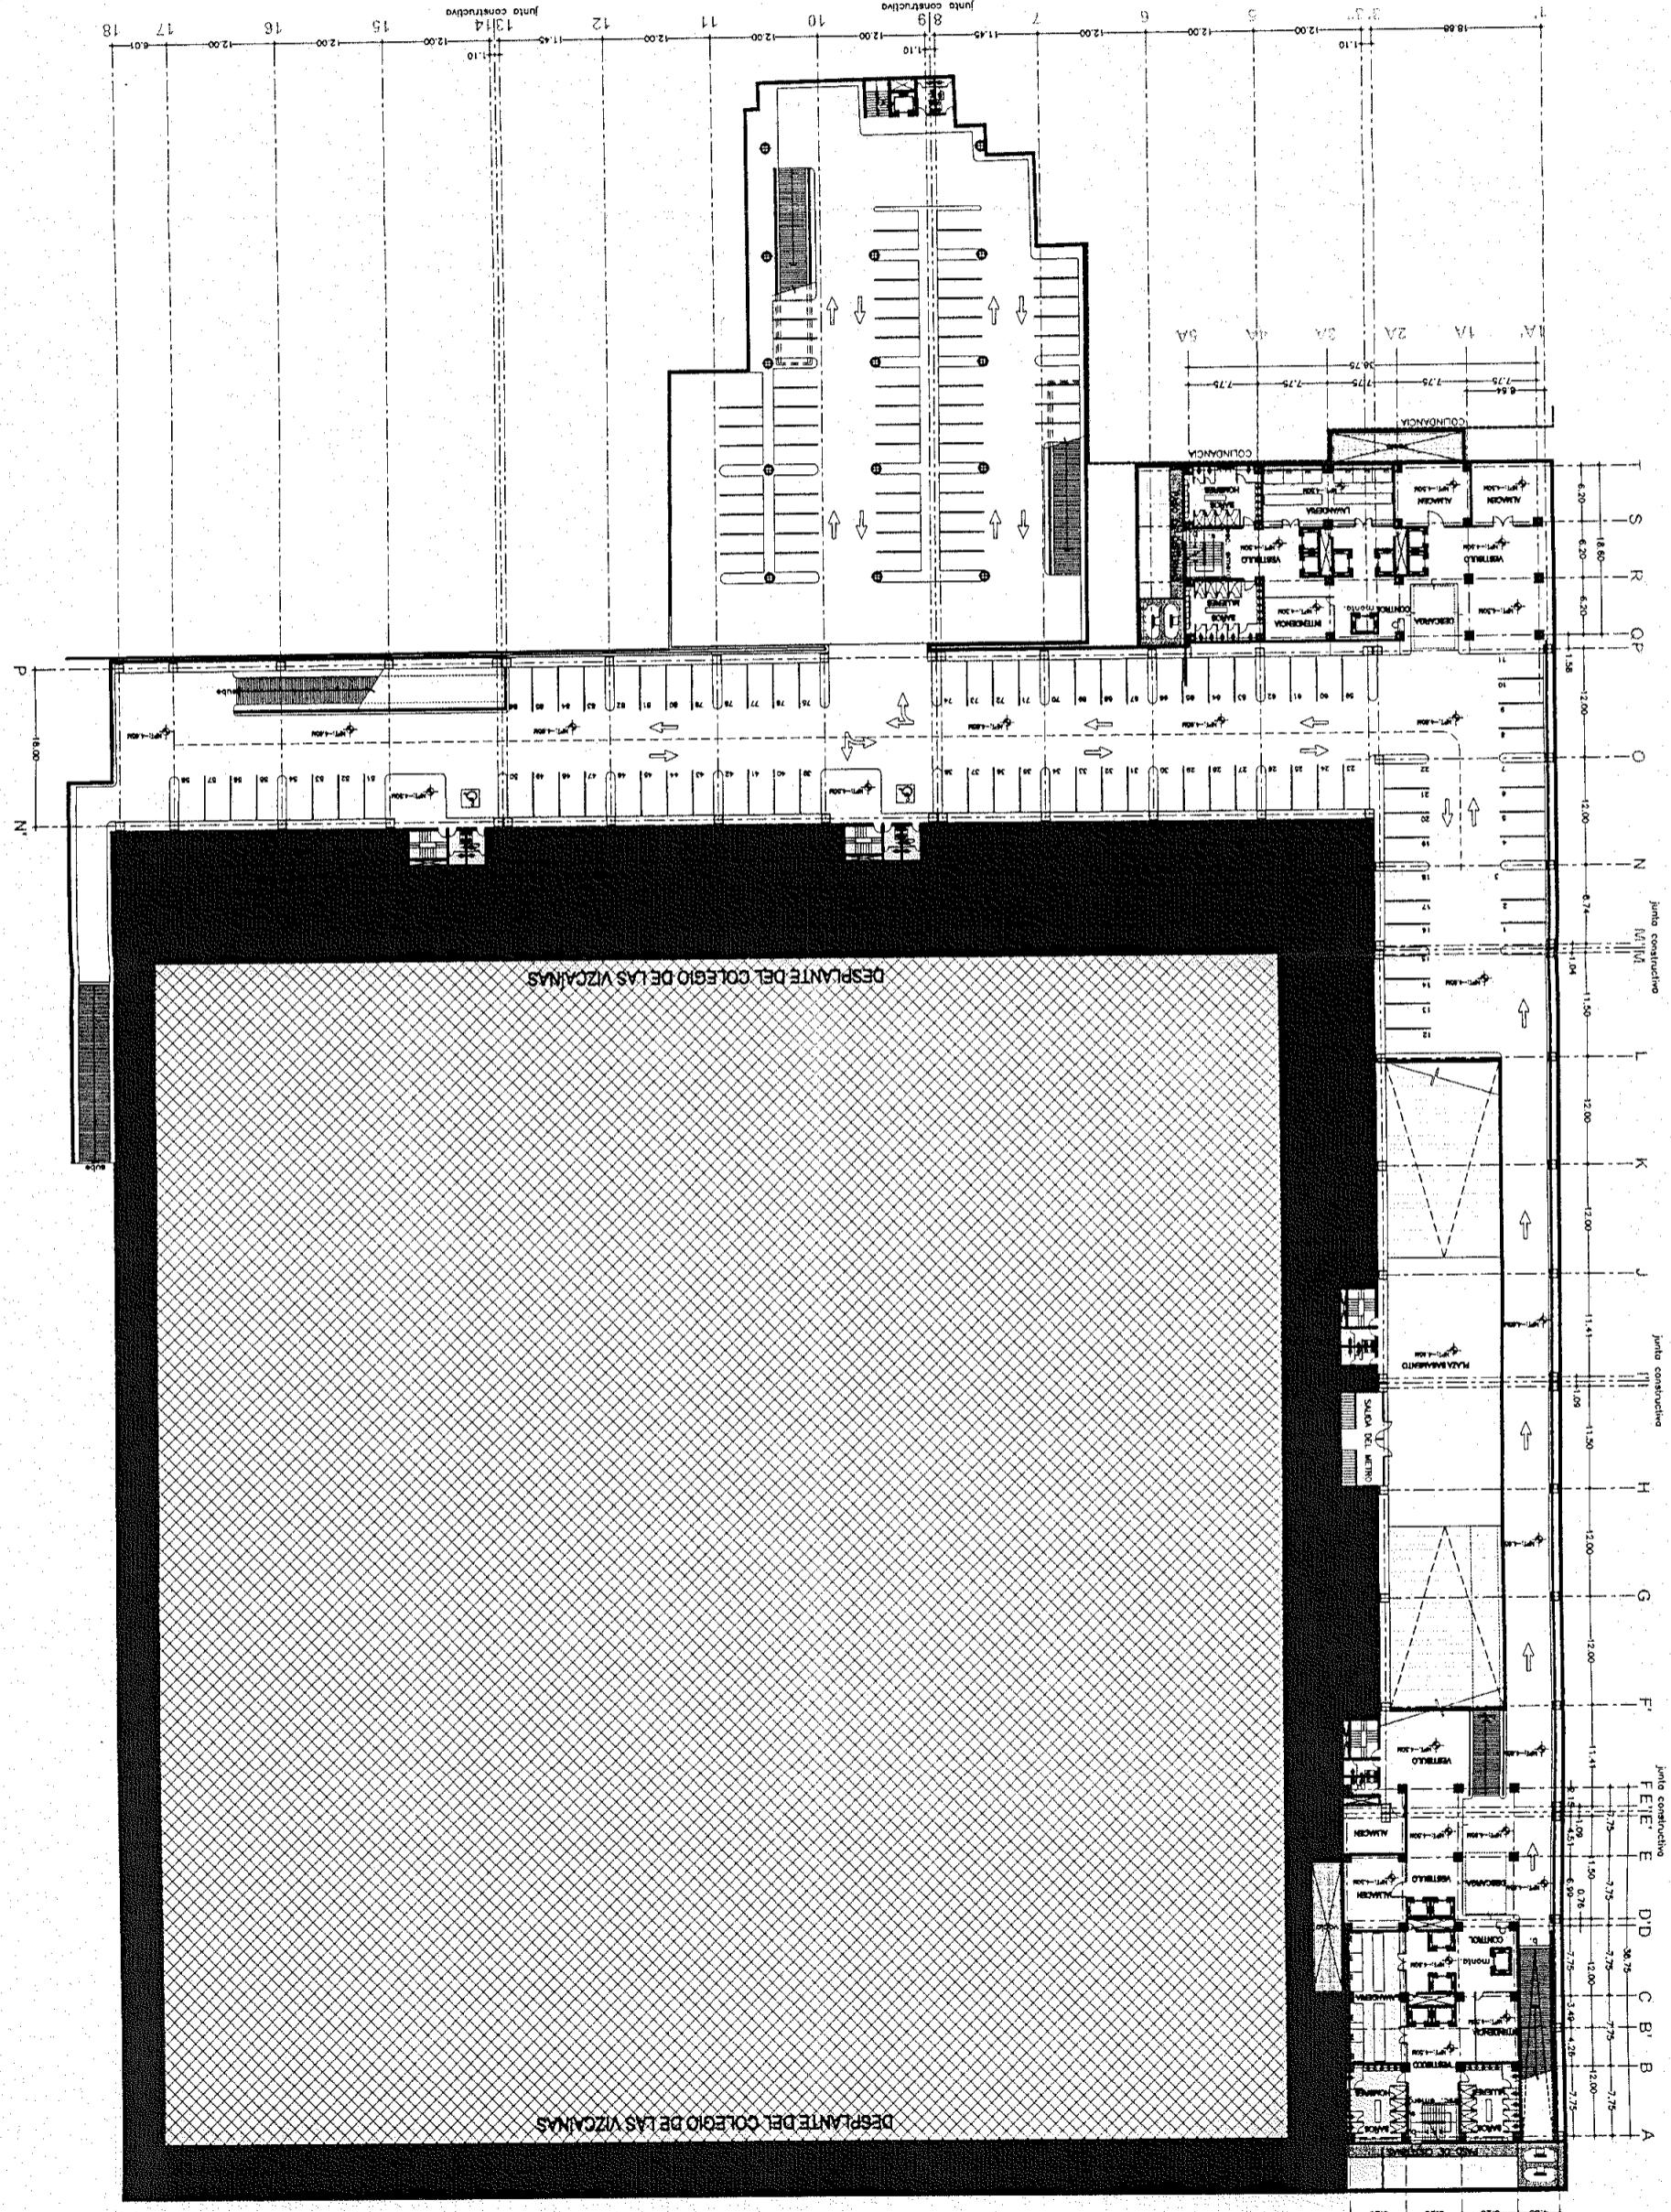



TESIS PROFESIONAL
**CENTRO INTEGRAL
VIZCAÍNAS**

Proyecto:

Eje Central Lazaro Cárdenas y Vizcaínas

Centro Histórico - Perímetro "A"

Delegación Cuauhtémoc

Ubicación:
EJE CENTRAL LAZARO CARDENAS Y VIZCAÍNAS
CENTRO HISTÓRICO - PERÍMETRO "A"
DELEGACIÓN CUAUHTEMOC

Coqués de ubicación:

Orientación:



Coqués de ubicación:

Norte

Simbología:
-LAS COTAS RIGEN AL DIBUJO
-LAS NIVELES ESTAN EN METROS
-VERIFICAR MEDIDAS EN OBRA

N.P.T. INDICA NIVEL DE PISO TERMINADO
— INDICA CAMBIO DE NIVEL
— INDICA COTA A PÁNO
— INDICA COTA A EJE
— INDICA COTA DE PÁNO A EJE


CORTE ESQUEMATICO:

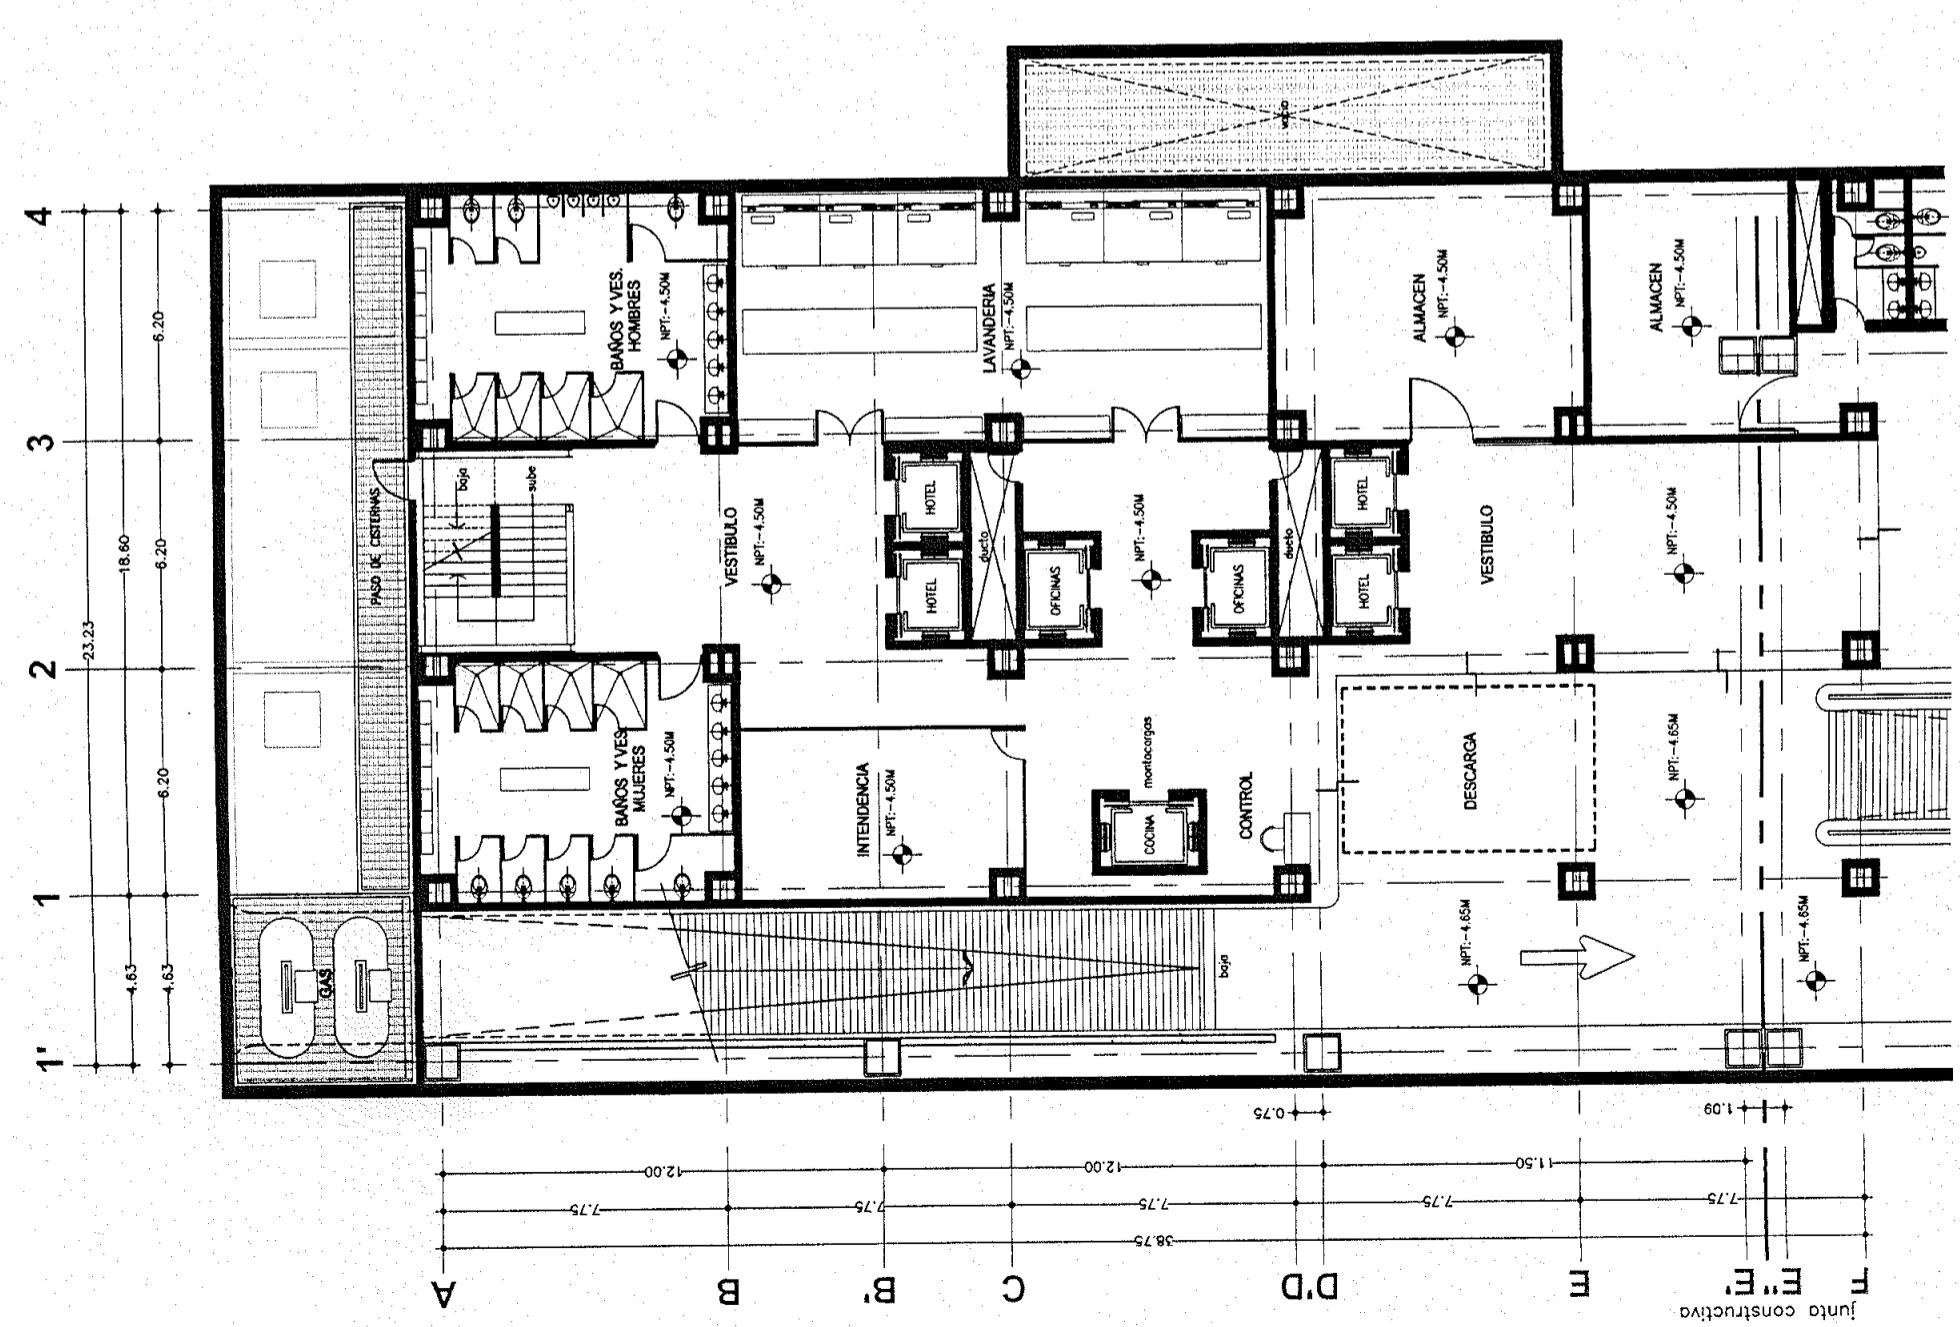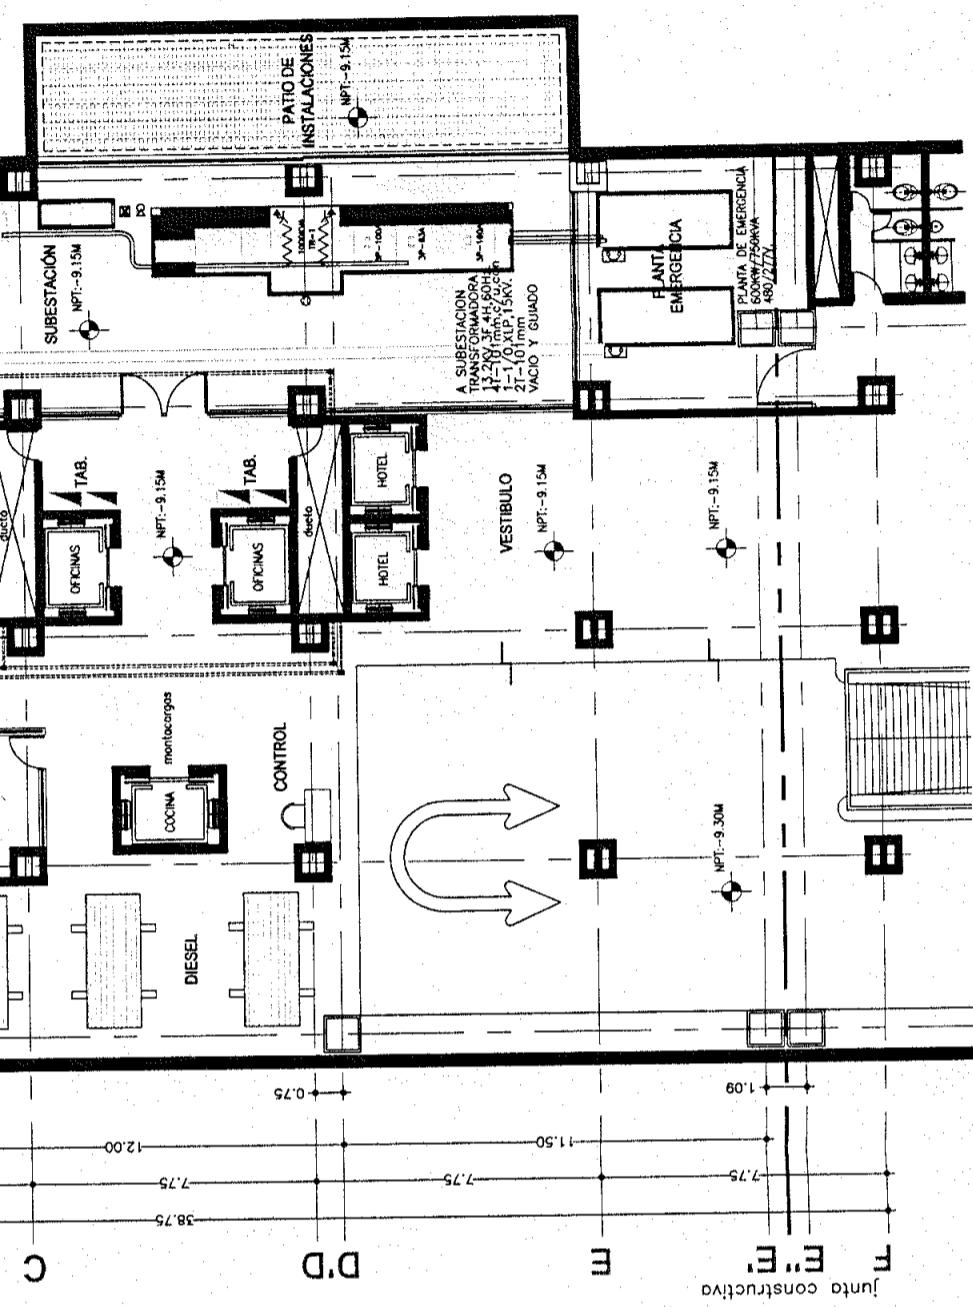






Projecto:
TESIS PROFESIONAL
**CENTRO INTEGRAL
VIZCAÍNAS**

Ubicación:
EJE CENTRAL LAZARO CARDENAS Y VIZCAÍNAS
CENTRO HISTÓRICO - PERIMETRO "A"
DELEGACIÓN CUAUHTEMOC

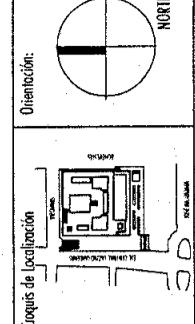

Simbología:
-LAS COTAS RIGEN AL DIBUJO
-LAS COTAS ESTAN EN METROS
-VERIFICAR MEDIDAS EN OBRA
Diseño de localización
NORIE
Orientación:

Corte Esquemático:

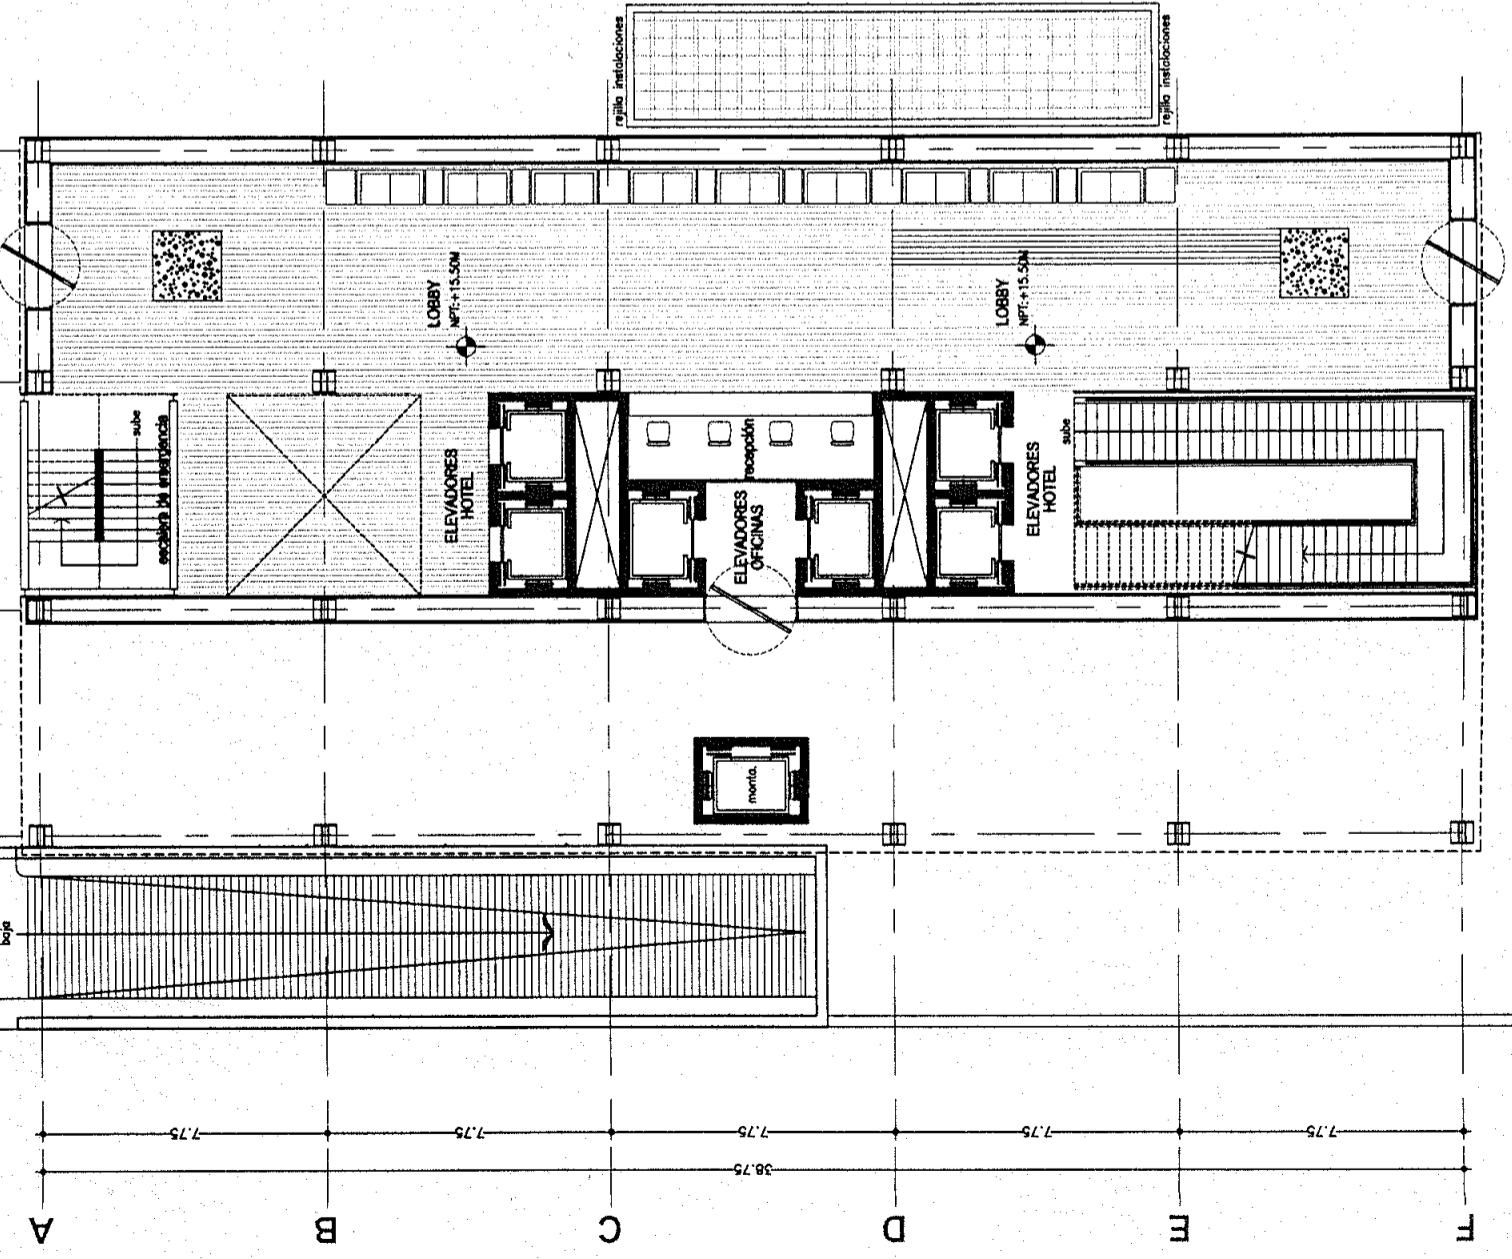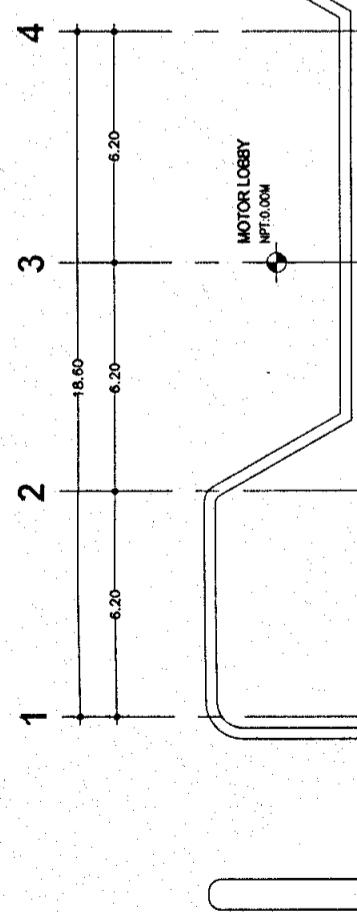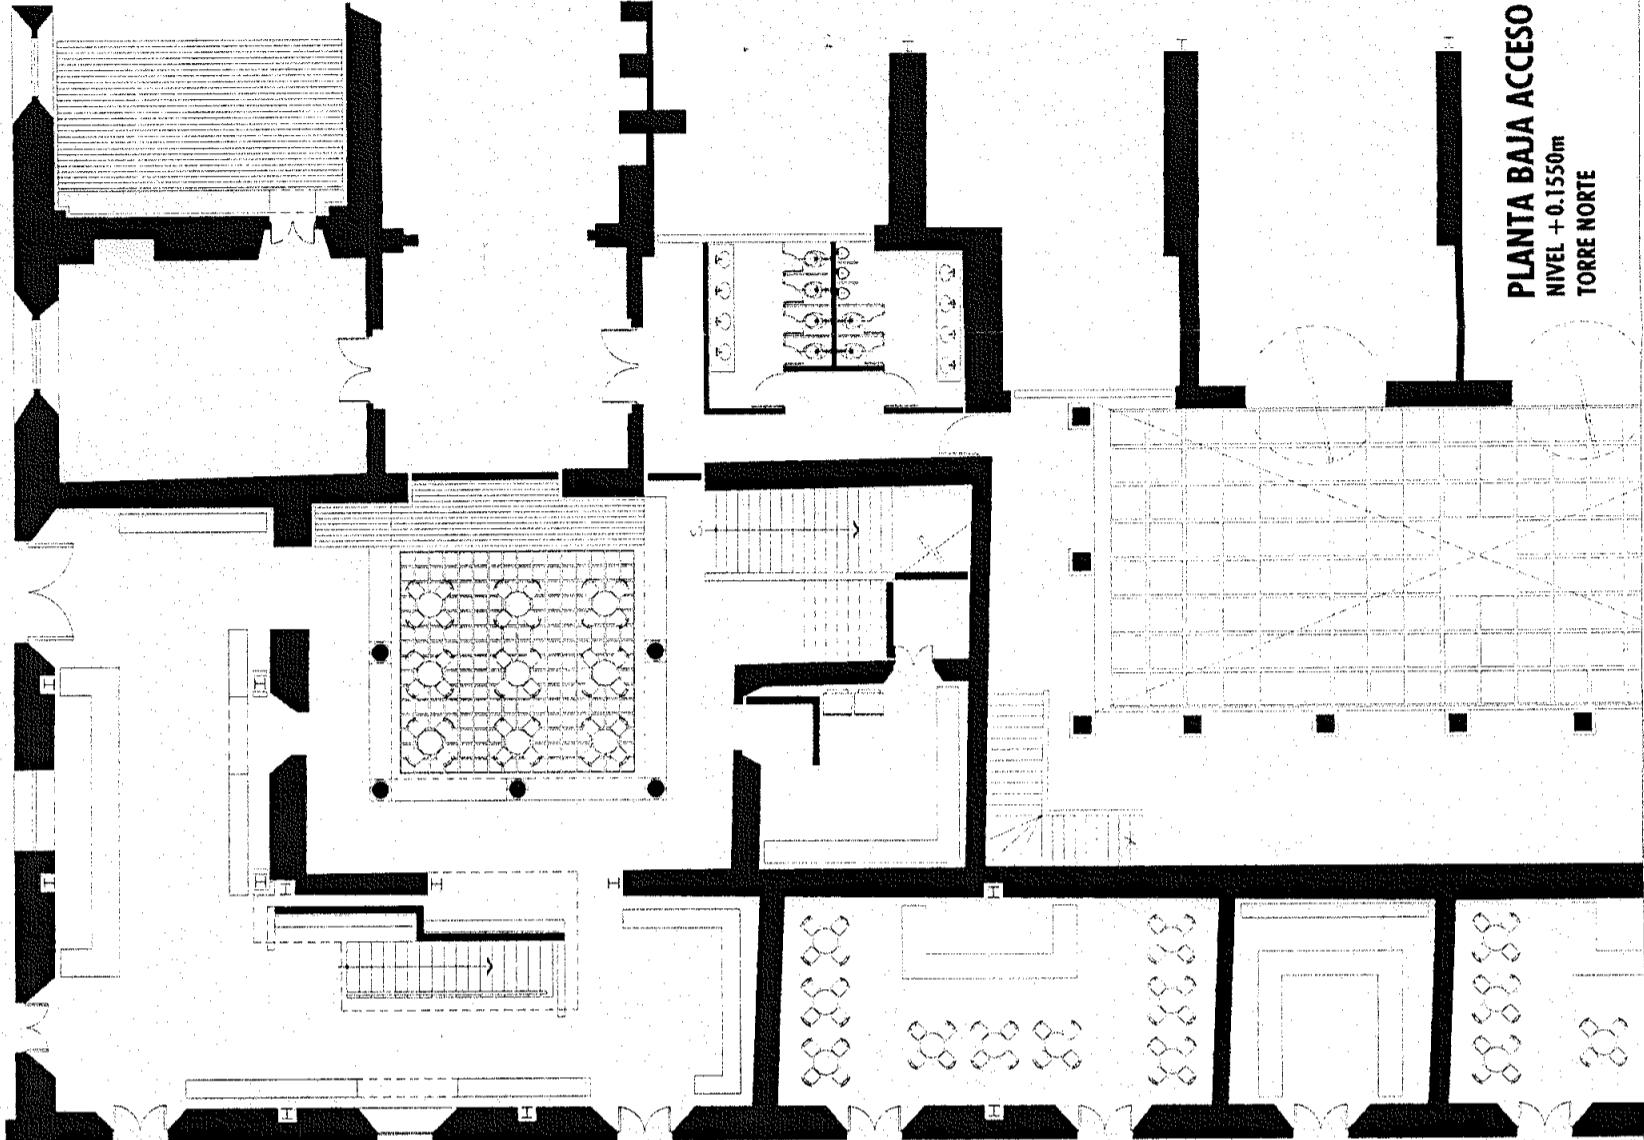

**PLANTA
BAJA
ACCESO**

Edificio: TORRE NORTE
Folio: 2004
Escala: 1:200
Archivo: PB-01-N.dwg

Edificio: TORRE NORTE
Nivel: +1.1550m
Sección:

Nombrar: ESTAVILLO LARA CHRISTIAN

Cole: PB-01

**PLANTA
BAJA
ACCESO**
NIVEL + 0.1550m
TORRE NORTE



TESIS PROFESIONAL
**CENTRO INTEGRAL
VIZCAÍNAS**

Proyecto:

E

E

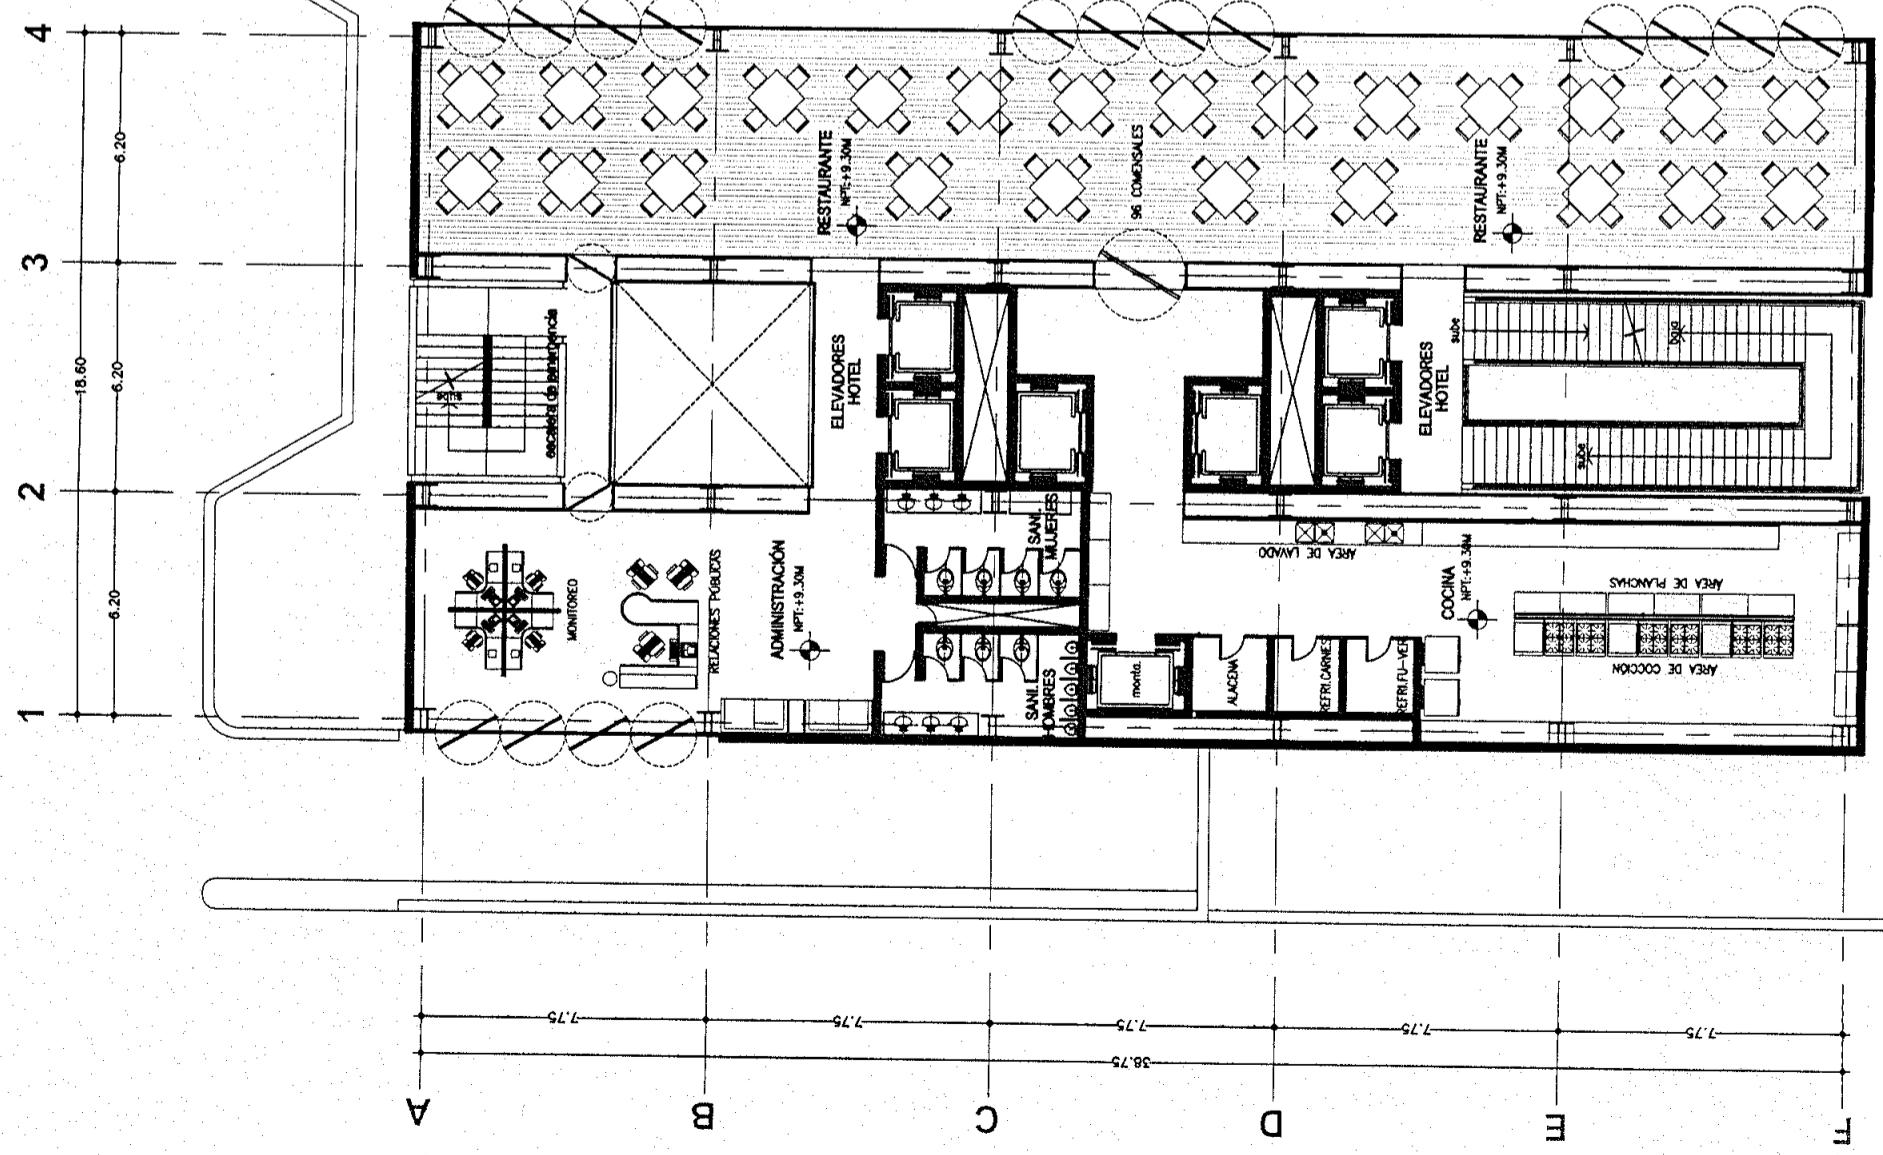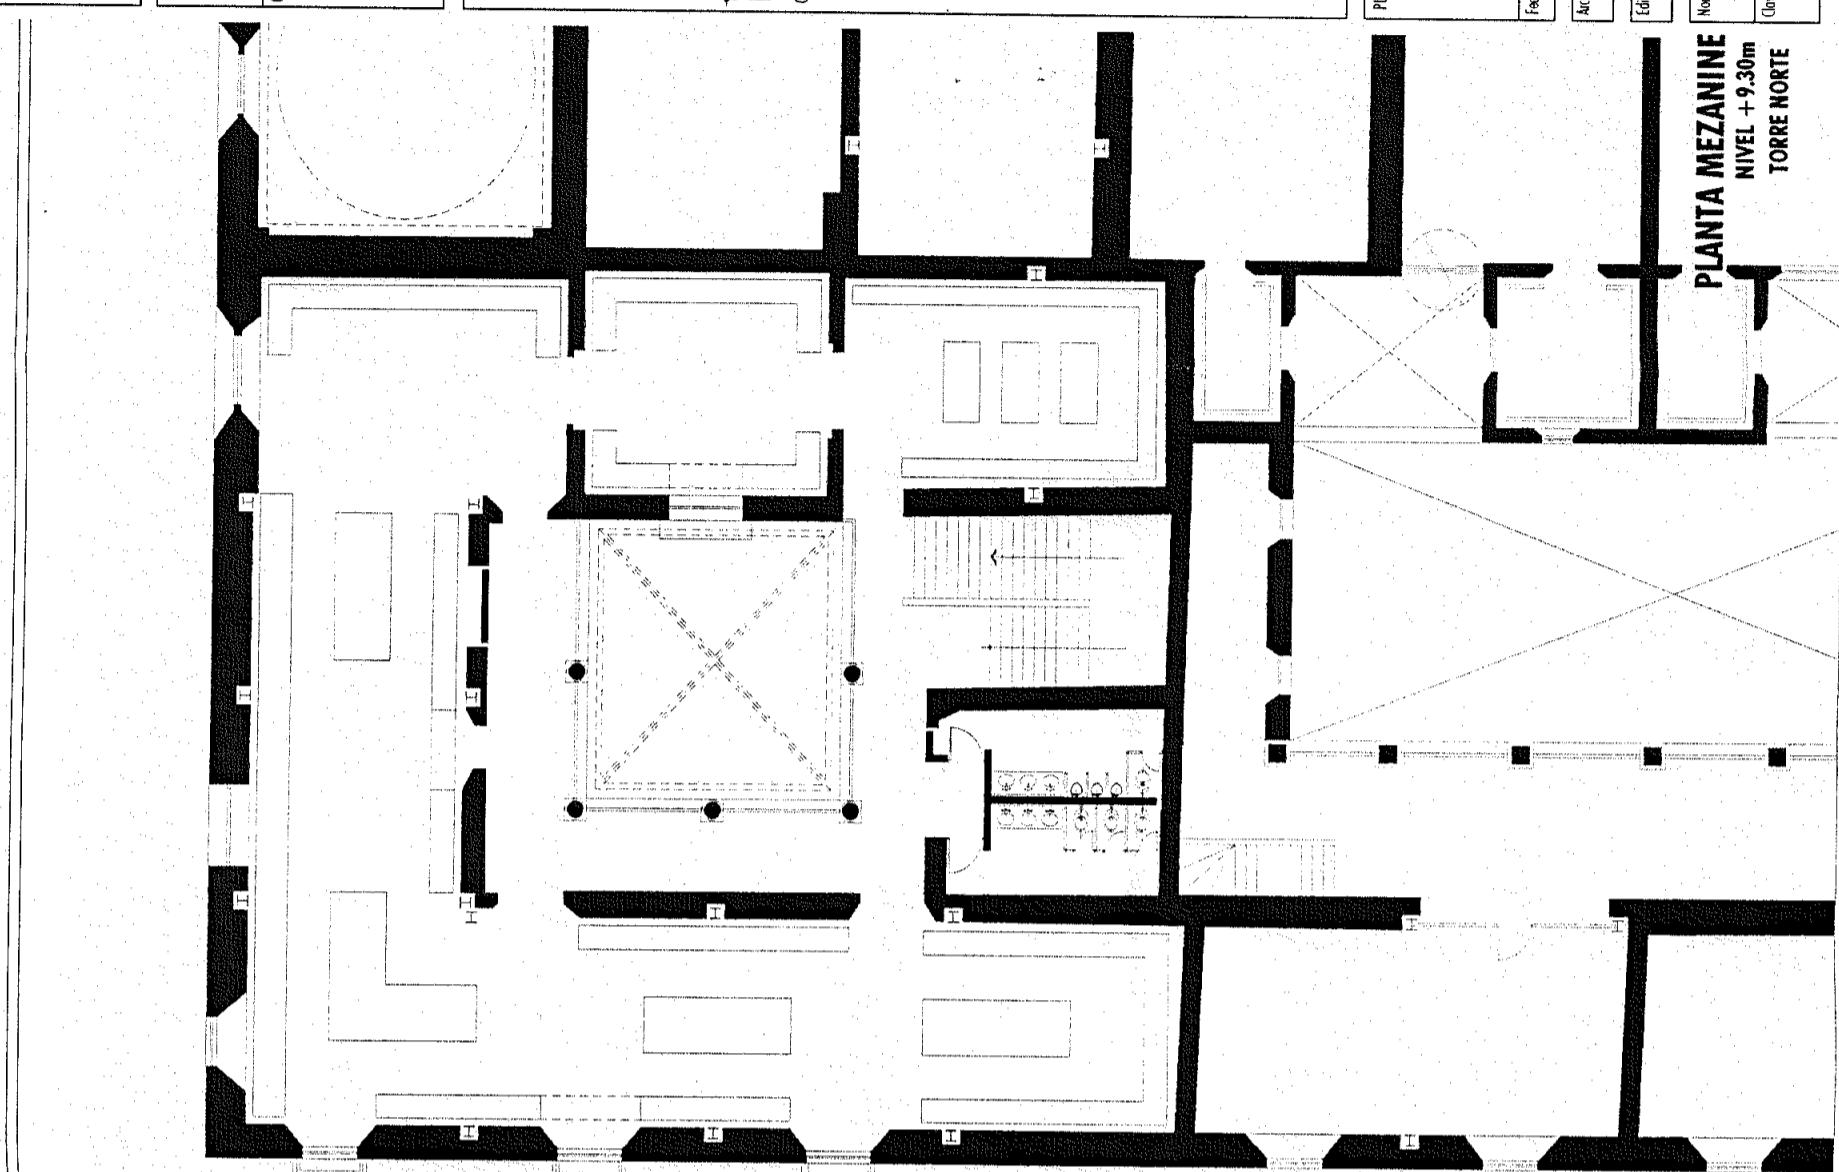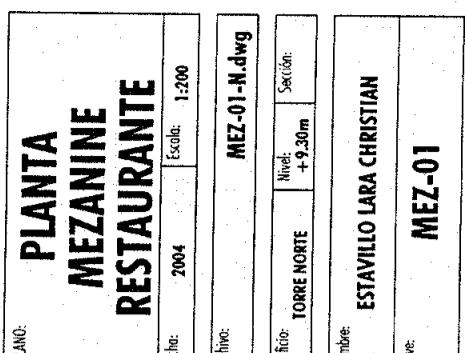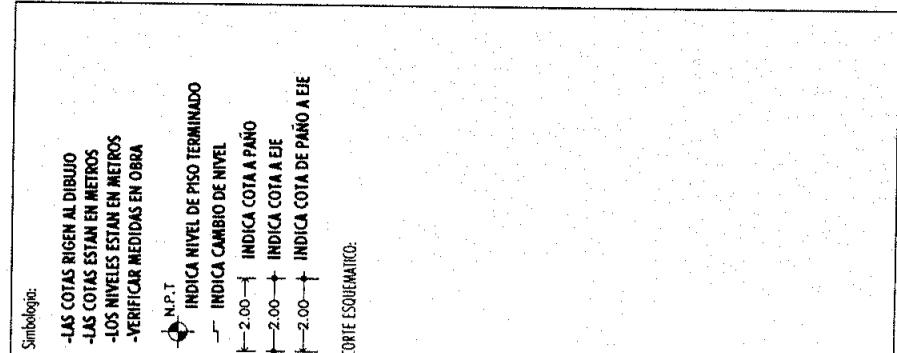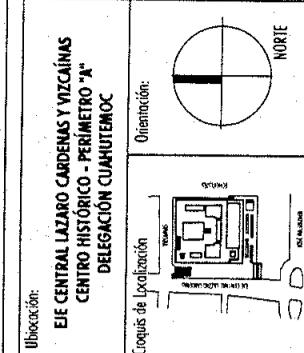

Nombre: ESTAVILLO LARA CHRISTIAN
Calle: MEZ-01

NIVEL + 9.30m
TORRE NORTE
PLANTA MEZZANINE

Nombre: ESTAVILLO LARA CHRISTIAN
Calle: MEZ-01

NIVEL + 9.30m
TORRE NORTE
PLANTA MEZZANINE

Nombre: ESTAVILLO LARA CHRISTIAN
Calle: MEZ-01

NIVEL + 9.30m
TORRE NORTE
PLANTA MEZZANINE



**CENTRO INTEGRAL
VIZCAÍNAS**

TESIS PROFESIONAL

EJE CENTRAL LAZARO CARDENAS Y VIZCAÍNAS
CENTRO HISTÓRICO • PERÍMETRO "A"
DELEGACIÓN CUAHUTEMOC

The diagram illustrates the use of leader lines with arrows to indicate specific dimensions on a technical drawing. One arrow points to the top of a vertical wall section, labeled 'INDICA COTA DE PISO TERMINADO' (Indicates finished floor level). Another arrow points to the bottom of the same wall section, labeled 'INDICA CAMBIO DE NIVEL' (Indicates level change). A third arrow points to the left side of the wall, labeled 'INDICA COTA A PAÑO' (Indicates stud height). The text 'N.P.T.' is written vertically near the wall.


COOPERATIVE

**PLANTA
MEZANINE
SALONES**

MEZ-07-N

MEZ-02

Sección:		
Nivel:	+13.95m	
De:	ESTAVILLO LARA CHRISTIAN	
Oc:	TORRE NORTE	

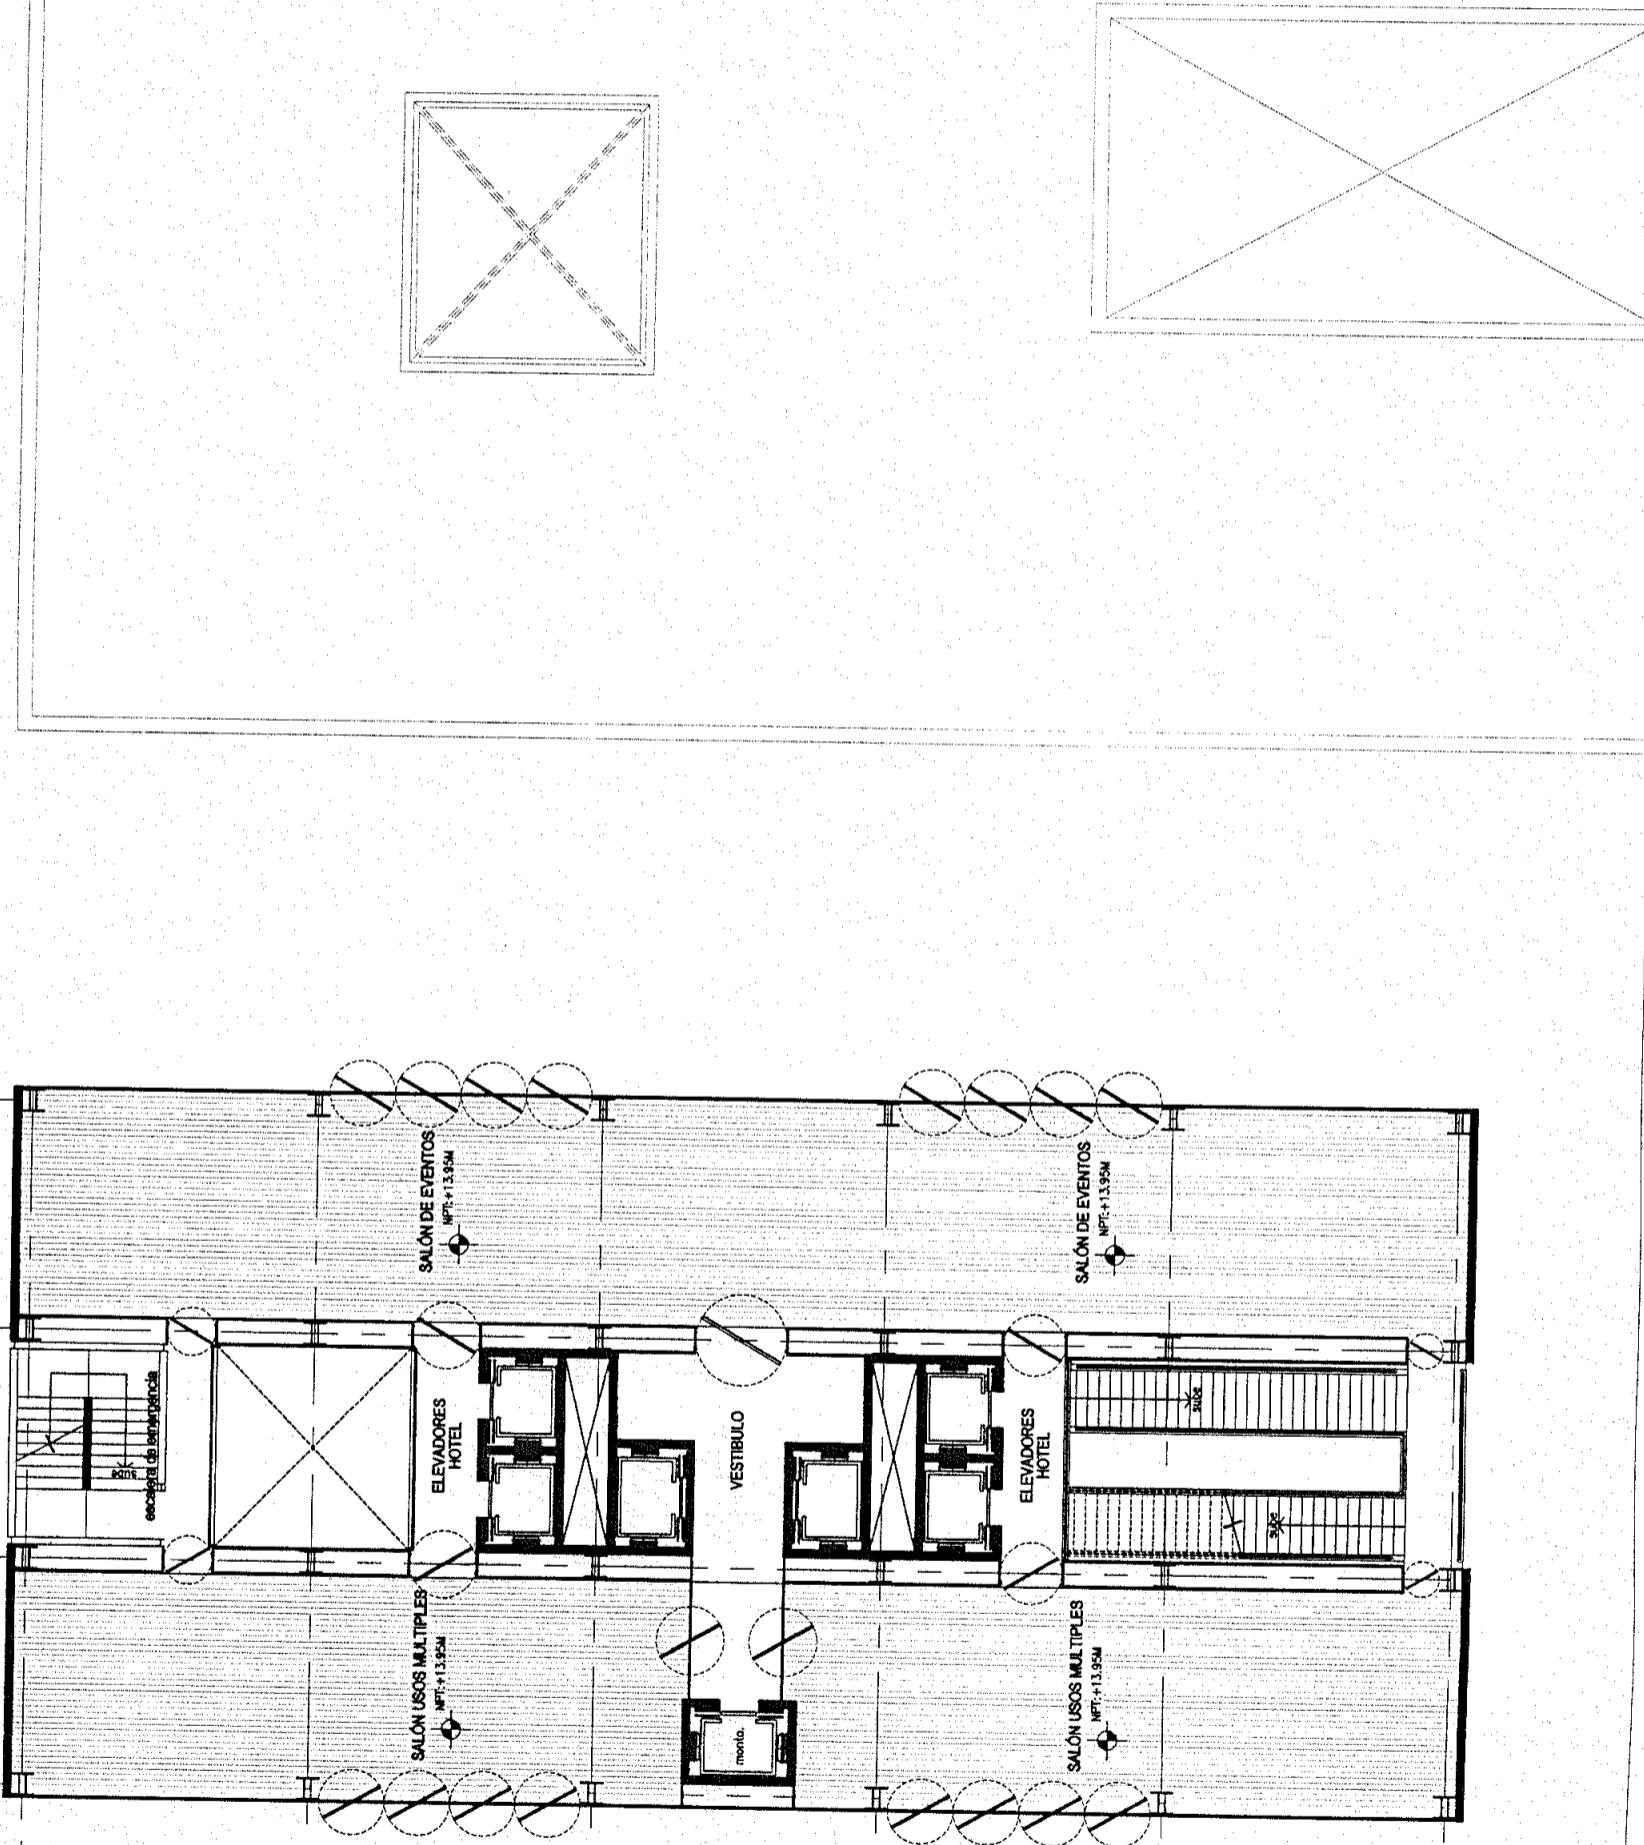




TESIS PROFESIONAL
CENTRO INTEGRAL
VIZCAÍNAS

Proyecto:



EJE CENTRAL LAZARO CARDENAS Y VIZCAÍNAS
DELEGACIÓN CUAUHTEMOC

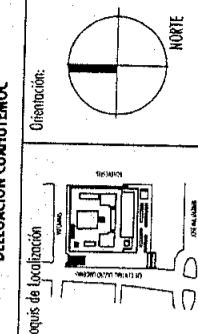

Simbología:
 -LAS COTAS RIGEN AL DIBUJO
 -LAS COTAS ESTAN EN METROS
 -LOS NIVELES ESTAN EN METROS
 -VERIFICAR MEDIDAS EN OBRA

Corte esquemático:


PLANTA
MEZANINE
GIMNASIO

Folio: 2004 Escala: 1:200
Archivio: MEZ-03-N.dwg

Edificio: TORRE NORTE Nivel: +18.60m Sección:
Nombre: ESTAVILLO LARA CHRISTIAN
Dirección: TORRE NORTE

PLANTA
MEZANINE
NIVEL +18.60m

MEZ-03

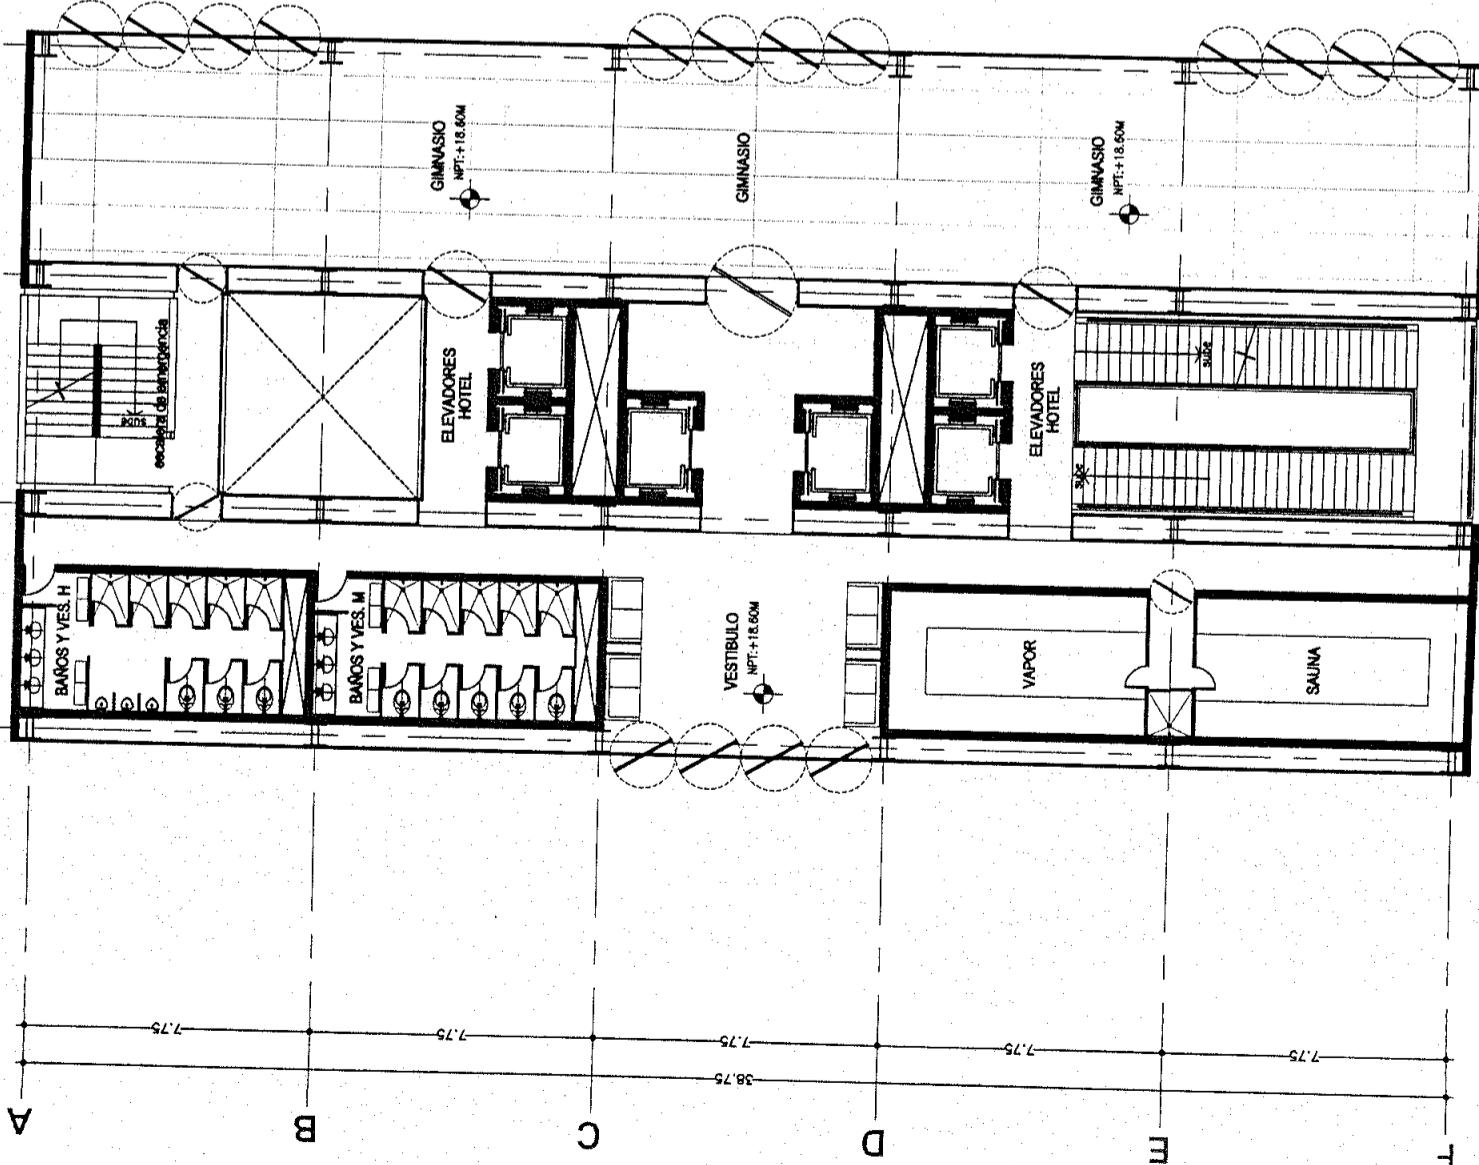



Proyecto:
TESIS PROFESIONAL
**CENTRO INTEGRAL
VIZCAÍNAS**

Ubicación:
EJE CENTRAL LAZARO CARDENAS Y VIZCAÍNAS
CENTRO HISTÓRICO - PERÍMETRO "A"
DELEGACIÓN CUAUHTEMOC

Orientación:
NORTE

Cróquis de localización:

Simbología:
- LAS COTAS RIGEN AL DIBUJO
- LAS COTAS ESTAN EN METROS
- LOS NIVELES ESTAN EN METROS
- VERIFICAR MEDIDAS EN OBRA.

N.P.T. INDICA NIVEL DE PISO TERMINADO
INDICA CAMBIO DE NIVEL
-2.00- INDICA COTA A PÁNO
+2.00- INDICA COTA A ESE
+2.00- INDICA COTA DE PÁNO A EJE

Corte Esquemático:

PLANO:
**PLANTA
OFICINAS TIPO 1
OFICINAS TIPO 2**


Edificio: TORRE NORTE Nivel: VARIOS Sección:

Fecha: 2004 Escala: 1:100


Archivo: OFI-01-N.dwg

Nombre: ESTAVILLO LARA CHRISTIAN
Calle:

OFI-01

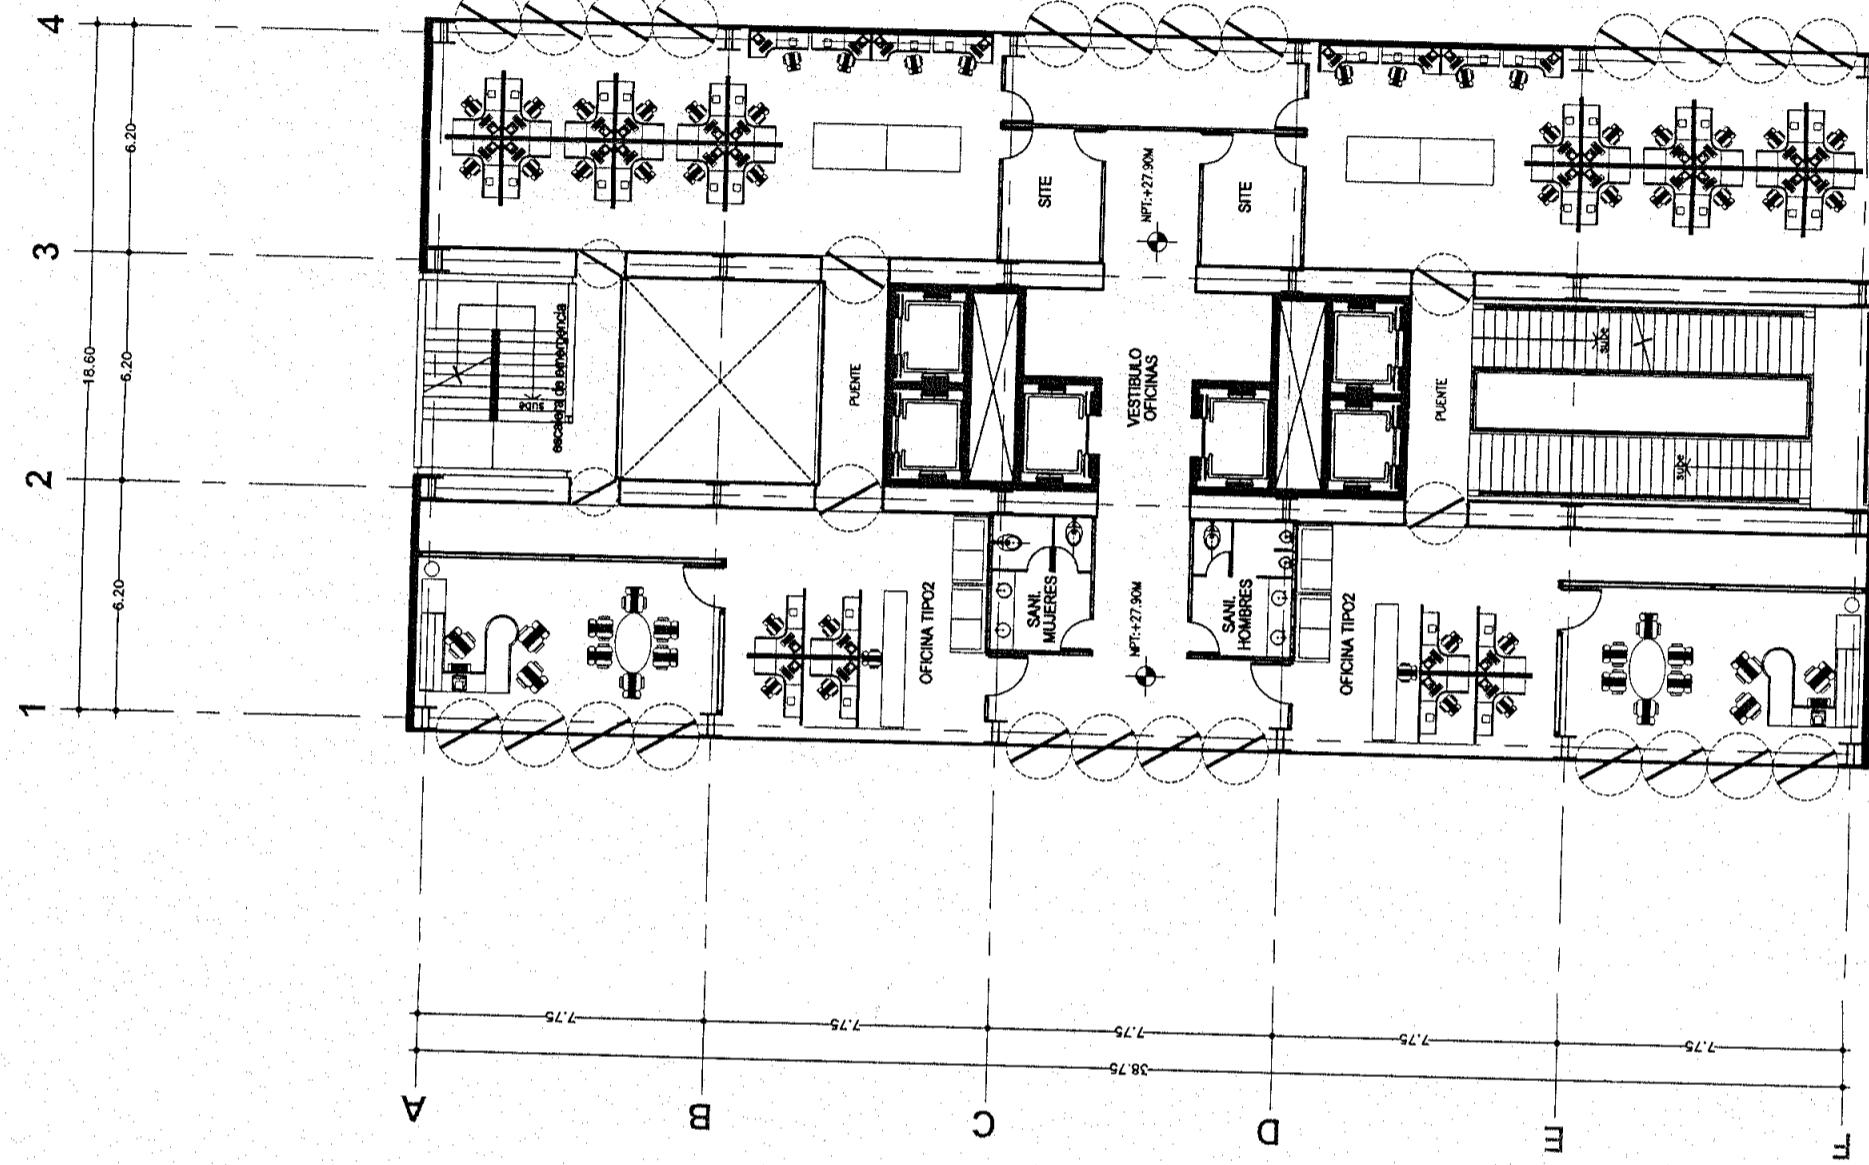

PLANTA OFICINAS TIPO 2
NIVELES +27.90m, +37.20m
TORRE NORTE

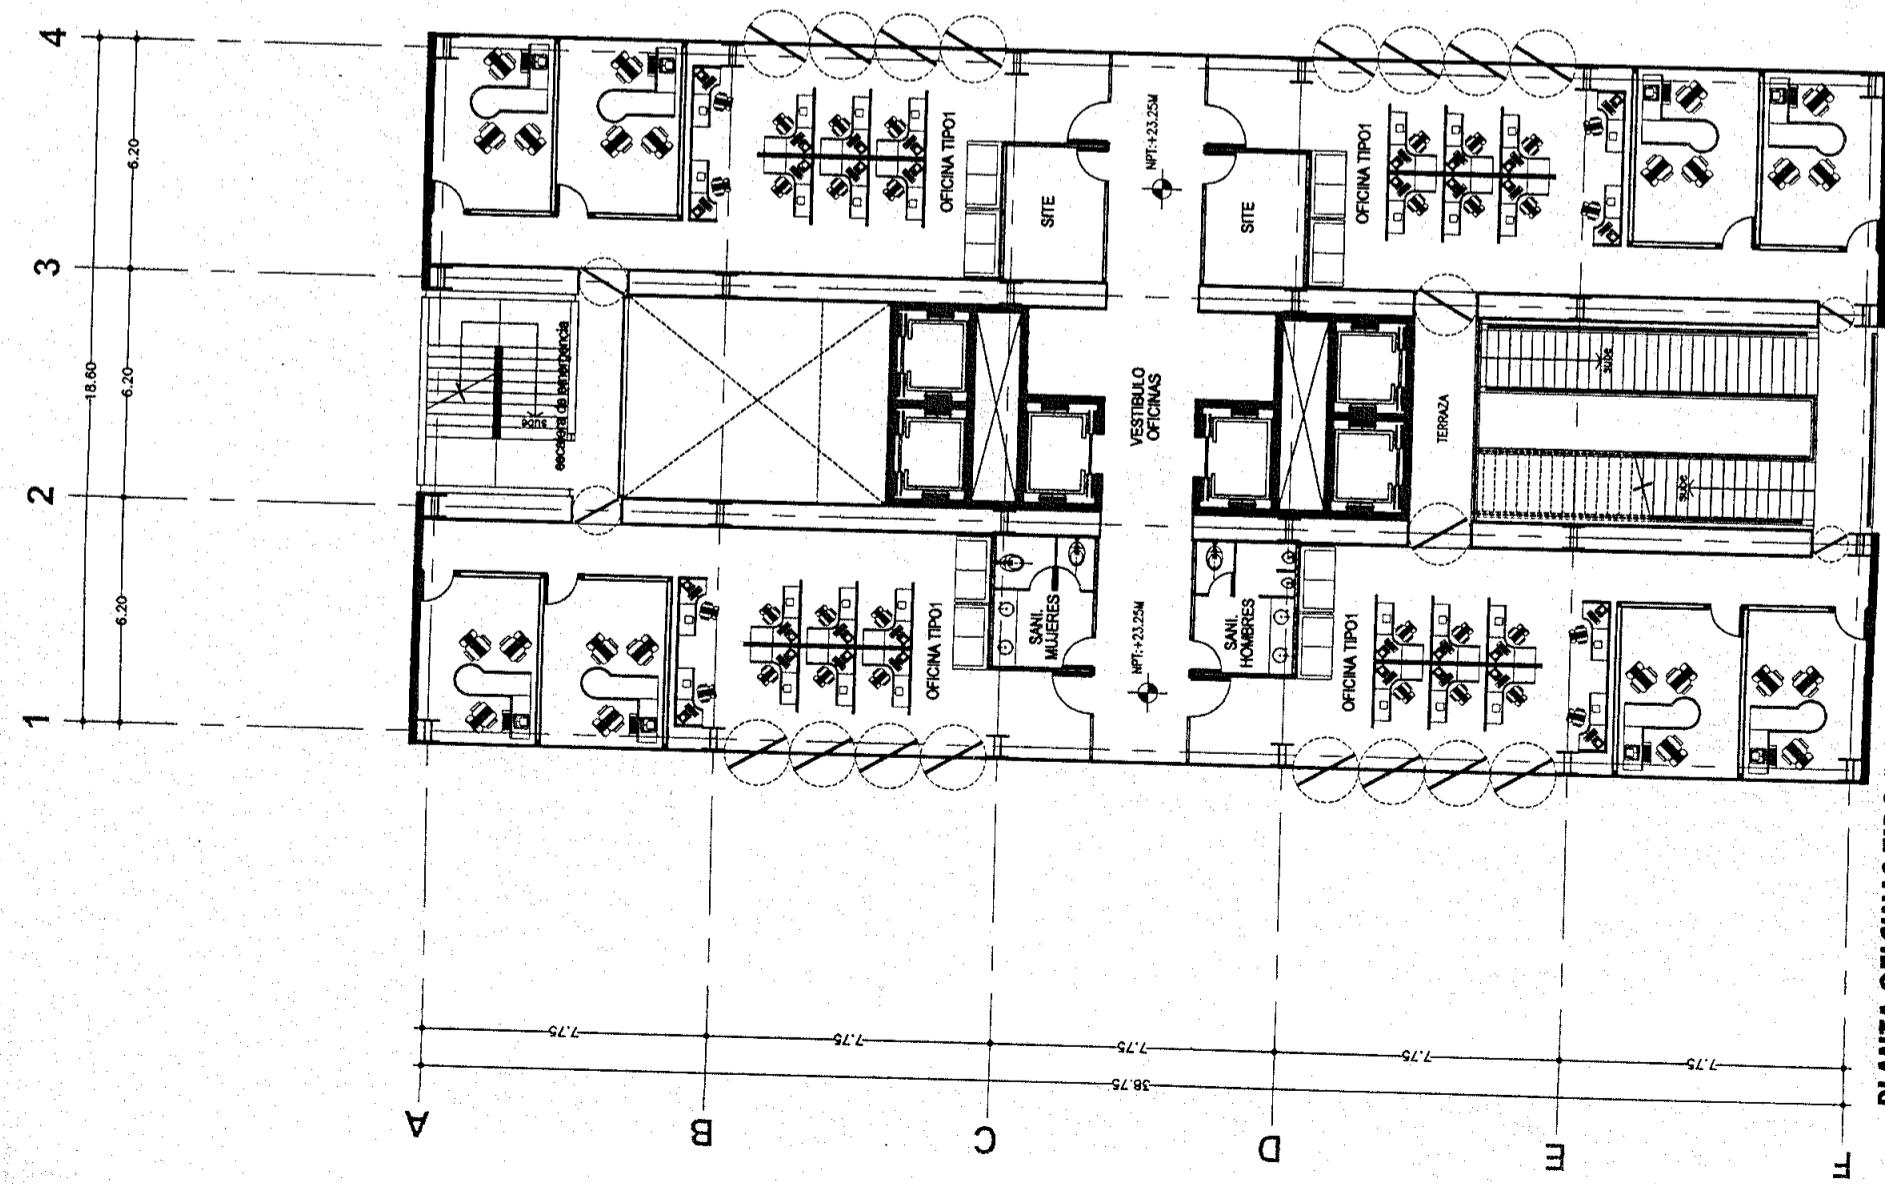

PLANTA OFICINAS TIPO 1
NIVELES +23.25m, +32.55m, +41.85m
TORRE NORTE




TESIS PROFESIONAL
**CENTRO INTEGRAL
VIZCAÍNAS**

Proyecto:

Eje Central Juárez Cardenás y Vizcaínas
Centro Histórico - Perímetro "A"
Delegación Cuauhtémoc

Ubicación:

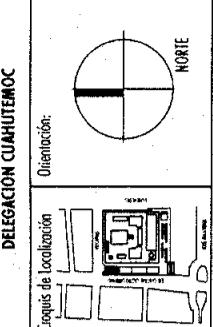

Simbología:
-LAS COTAS RIGEN AL DIBUJO
-LAS COTAS ESTAN EN METROS
-LOS NIVELES ESTAN EN METROS
-VERIFICAR MEDIDAS EN OBRA

N.P.T. INDICA NIVEL DE PISO TERMINADO
— INDICA CAMBIO DE NIVEL
—2.00— INDICA COTA A PÁNO
—2.00— INDICA COTA A EJE
—2.00— INDICA COTA DE PÁNO A EJE

CORTE ESQUEMATICO:


**PLANTA
TERRAZA**

Plano:

Fecha: 2004 Escala: 1:200
Archivo: TE-01-N.dwg

Edificio: TORRE NORTE Nivel: Varios Sección: TORRE NORTE
Nombre: ESTAVILLO LARA CHRISTIAN

Código: TE-01

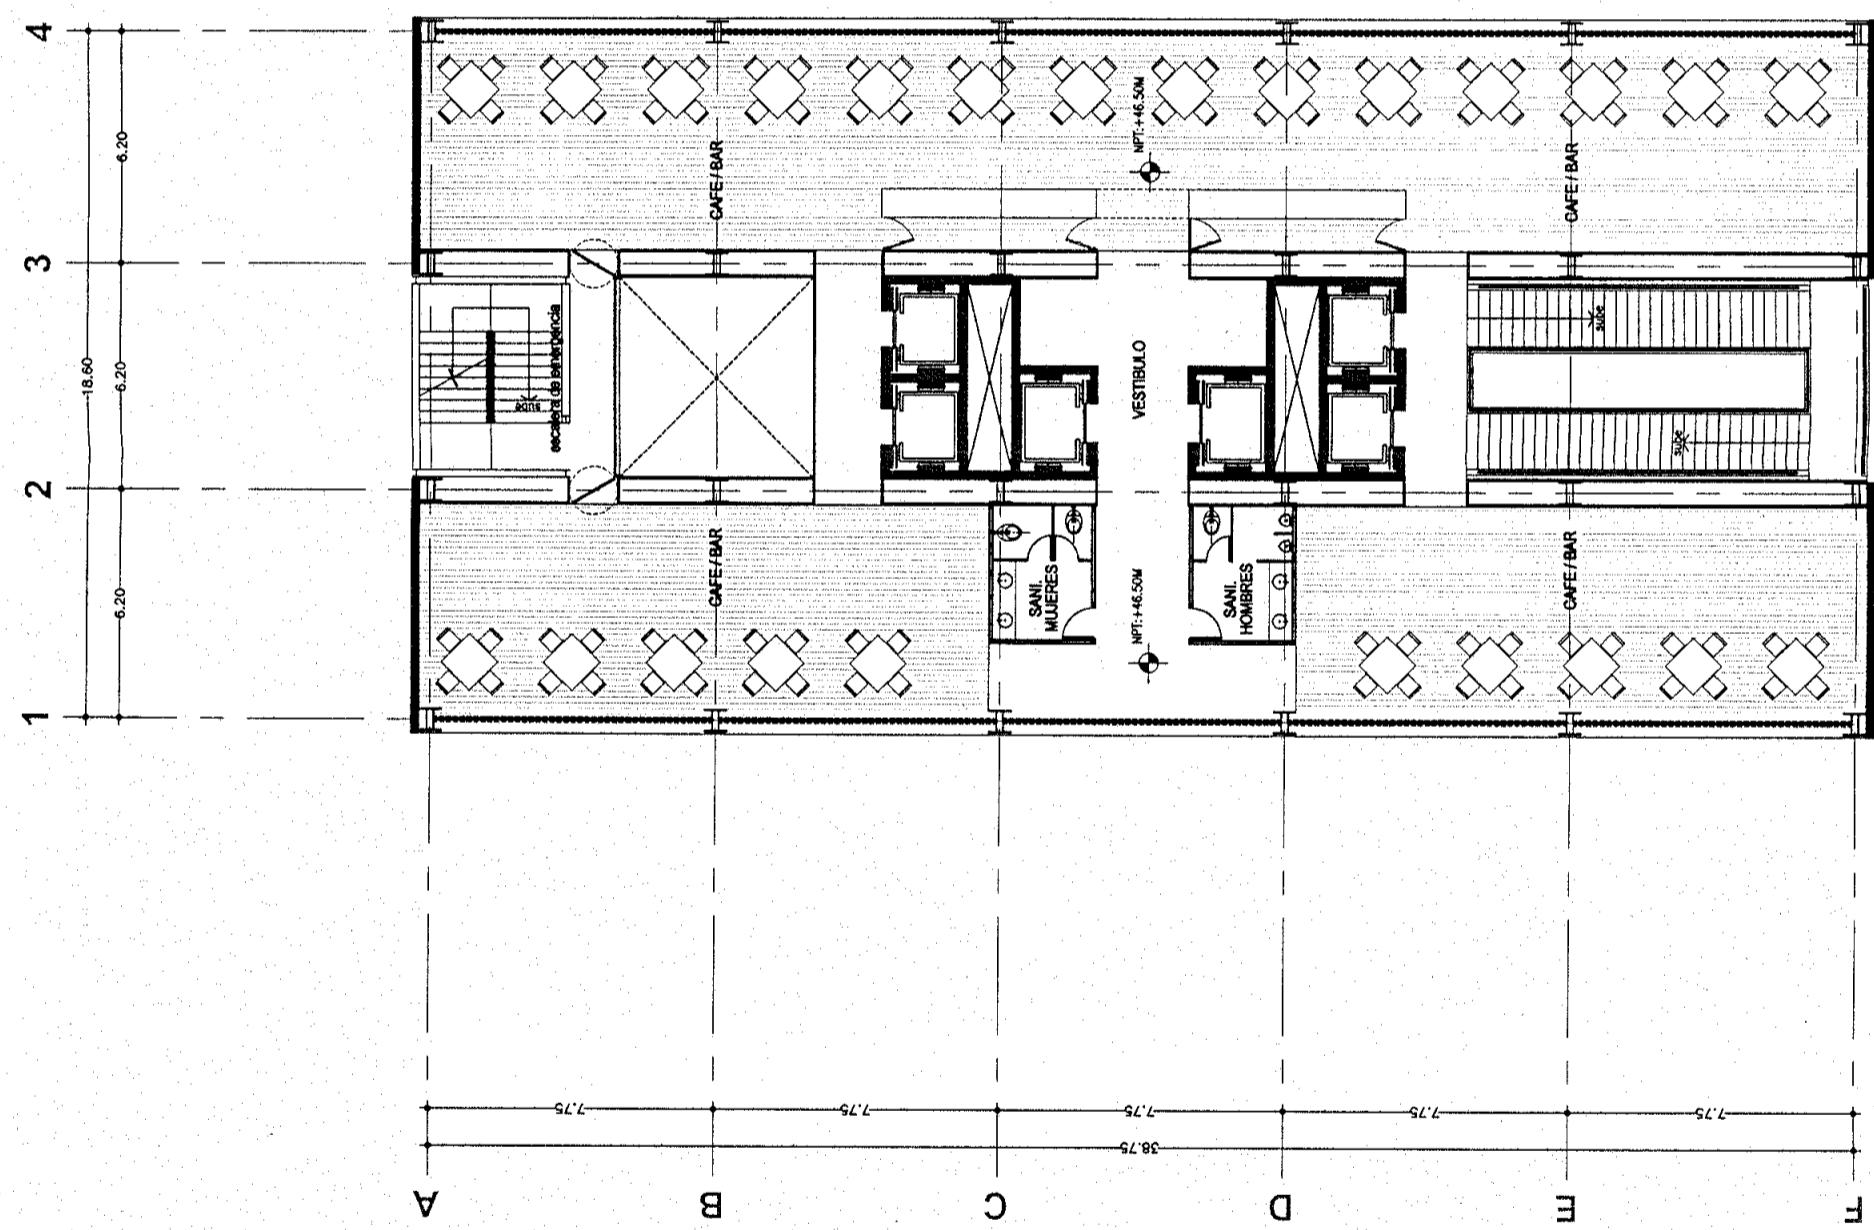

PLANTA TERRAZA
NIVEL +46.50m
TORRE NORTE





TESIS PROFESIONAL
CENTRO INTEGRAL
VIZCAÍNAS

Proyecto:

Ubicación:
EJE CENTRAL LAZARO CARDENAS Y VIZCAÍNAS
CENTRO HISTÓRICO - PERIMETRO "X"
DELEGACIÓN CUAUHTEMOC



NORTE

Orientación:

Símbolo:

Cruz de localización

Círculo

Círculo

Círculo

Círculo

Símbolo:
-LAS COTAS RIGEN AL DIBUJO
-LAS COTAS ESTAN EN METROS
-LOS NIVELES ESTAN EN METROS

-VERIFICAR MEDIDAS EN OBRA

N.P.T.

INDICA NIVEL DE PISO TERMINADO

— INDICA CAMBIO DE NIVEL

—> INDICA COTA A PÁRIO

<-2.00—

INDICA COTA A EJE

<-2.00—

INDICA COTA DE PÁRIO A EJE

<-2.00—

INDICA COTA DE PÁRIO A EJE

<-2.00—

CIRTE ESQUEMATICO

CORTE ESQUEMATICO

CIRTE ESQUEMATICO

Código:

E

AEC CONSULTORES

INGENIERIA

Y ARQUITECTURA

S.A. DE C.V.

www.aecmx.com

info@aecmx.com

Méjico, D.F.

C.P. 11900

Av. Chapultepec 100

Col. Lomas de Chapultepec

C.P. 11950

Méjico, D.F.

Tel. (55) 52 80 00 00

Fax. (55) 52 80 00 01

E-mail: info@aecmx.com

www.aecmx.com

info@aecmx.com




TESIS PROFESIONAL
**CENTRO INTEGRAL
VIZCAÍNAS**

Proyecto:

Eje Central Lázaro Cárdenas y Vizcaínas
Centro Histórico - Perímetro "A"
Delegación Cuauhtémoc

Lugar:

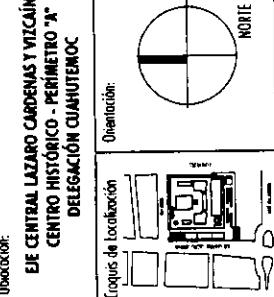

Simbología:

- LAS COTAS RIGEN AL DIBUJO
- LAS COTAS ESTAN EN METROS
- LOS NIVELES ESTAN EN METROS
- VERIFICAR MEDIDAS EN OBRA
- N.P.T. INDICA NIVEL DE PISO TERMINADO
- INDICA CAMBIO DE NIVEL
- 2.00 — INDICA COTA A PAÑO
- + 2.00 + INDICA COTA A EJE
- + 2.00 + INDICA COTA DE PAÑO A EJE
- CORTE ESQUEMATICO:


PLANO:
**PLANTA
DE AZOTEA**

Fecha: 2004 | Escala: 1:200

Archivo: AZO-01-N.dwg

Edificio: TORRE NORTE | Nivel: 06.95 | Sección:

Nombre: ESTAVILLO LARA CHRISTIAN | Corte: AZO-01

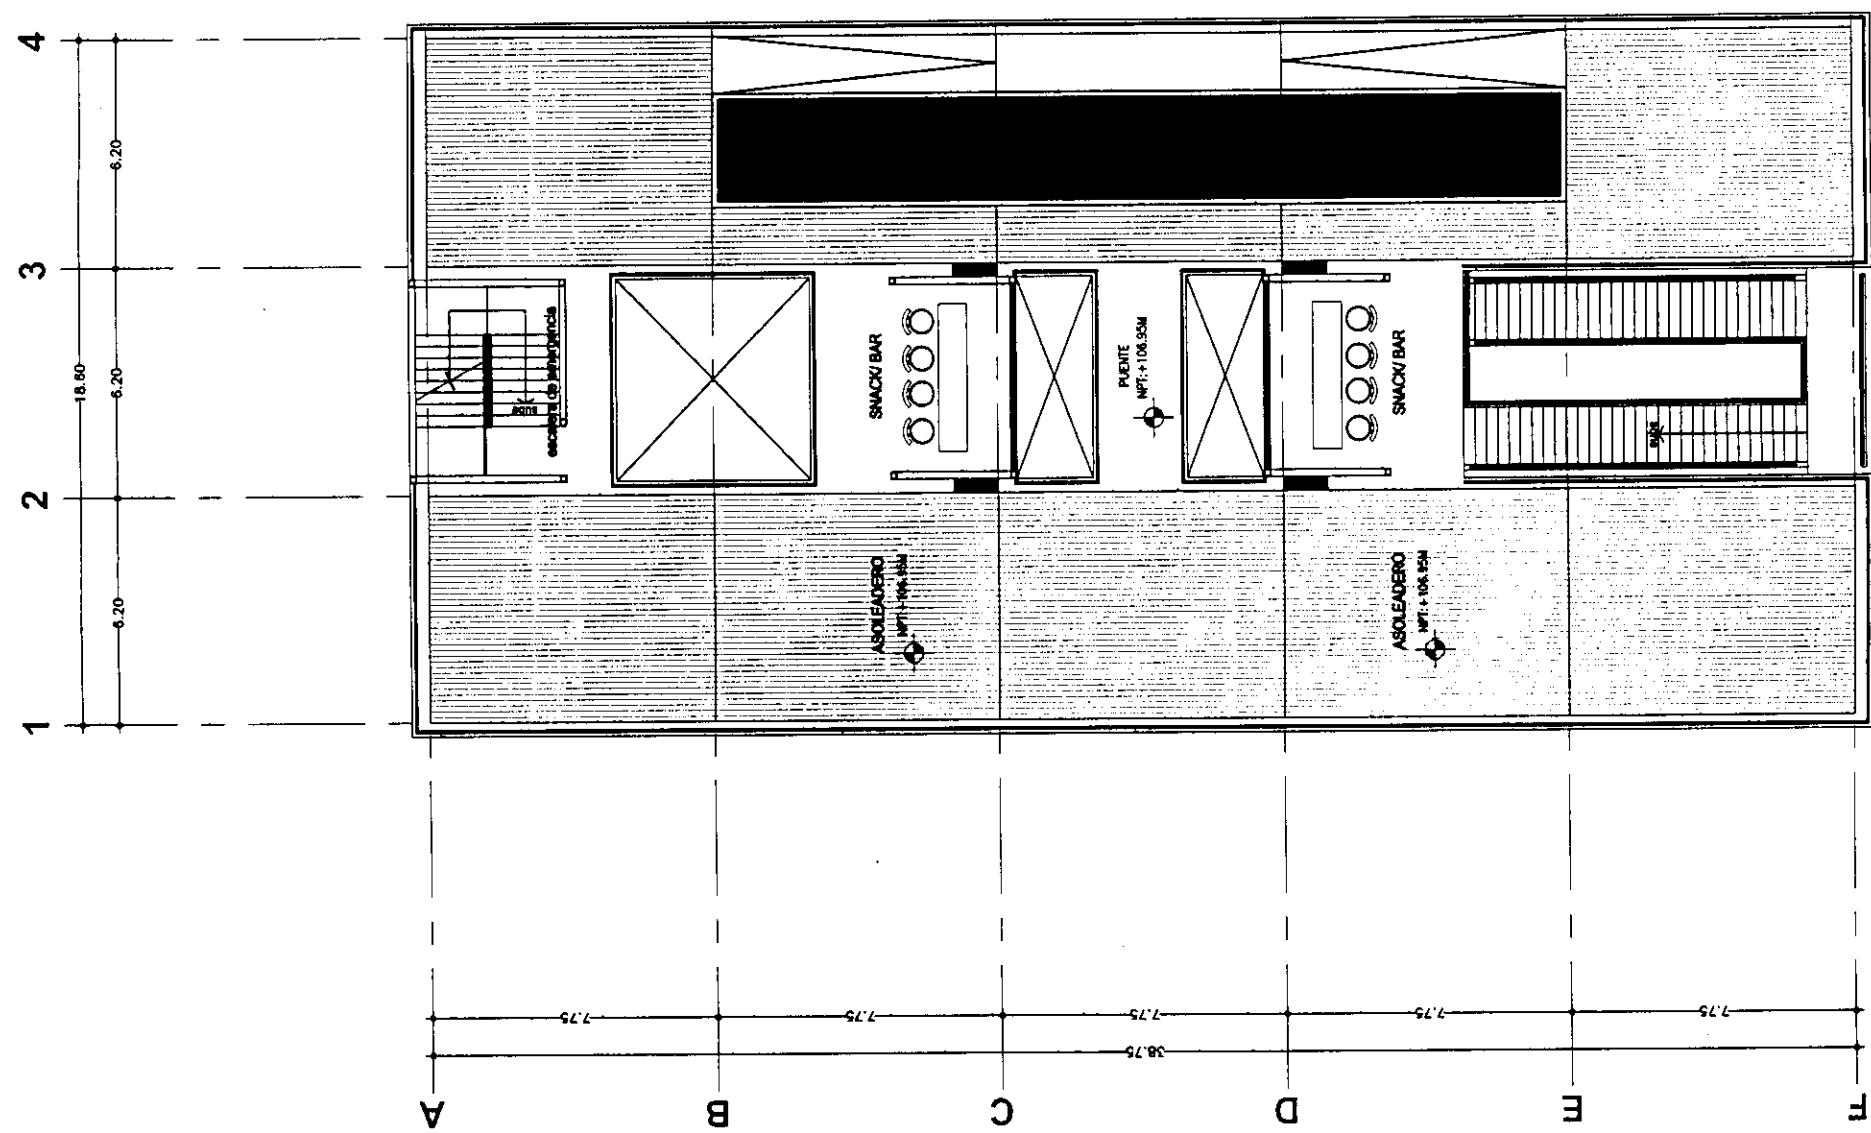

PLANTA DE AZOTEA
NIVEL + 106.95m
TORRE NORTE


10

C

A

T

AZOTEA

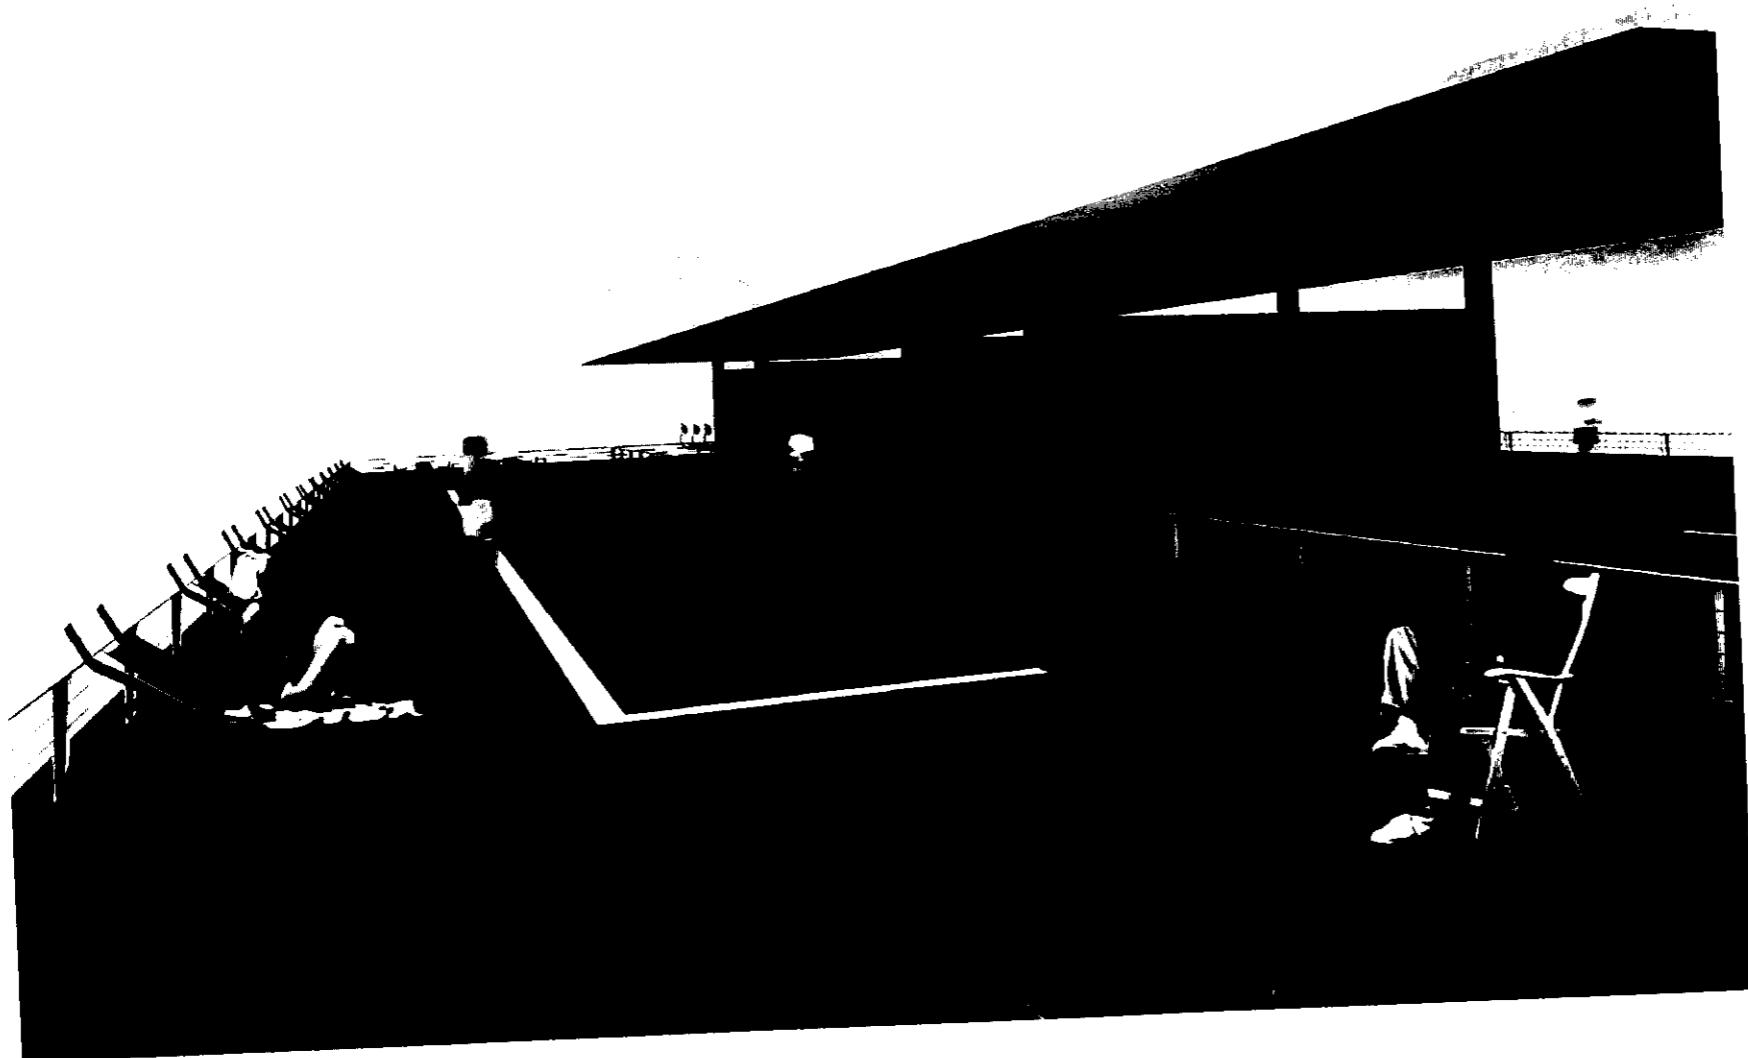



**TESIS PROFESIONAL
CENTRO INTEGRAL
VIZCAÍNAS**

Proyecto:

EFE CENTRAL LAZARO CARRETERA Y VIZCAÍNAS
CENTRO HISTÓRICO - PERIMETRO "A"
DELEGACIÓN GUARNERONIC

Caja de Ubicación:
Caja de Ubicación


Simbología:
LAS COTAS IGEN AL DIBUJO
-LAS COTAS ESTAN EN CENTÍMETROS
-LOS NIVELES ESTAN EN METROS
-MÉTRICAS MEDIDAS EN OBRA

INDICA NIVEL DE PISO TERMINADO
INDICA CAMBIO DE NIVEL
-1.00 INDICA COTA A PÁRIO
-2.00 INDICA COTA A EFE
-2.10 INDICA COTA DE PÁRIO A EFE

**FACHADA
NORTE**

Fachada: 2004 Escala: 1:250
Archivo: FA-NO-N.dwg

Edificio: TORRE NORTE Nivel: 0 Sección:
Nombre: ESTAVILLO LARA CHRISTIAN
Cote: FA-01

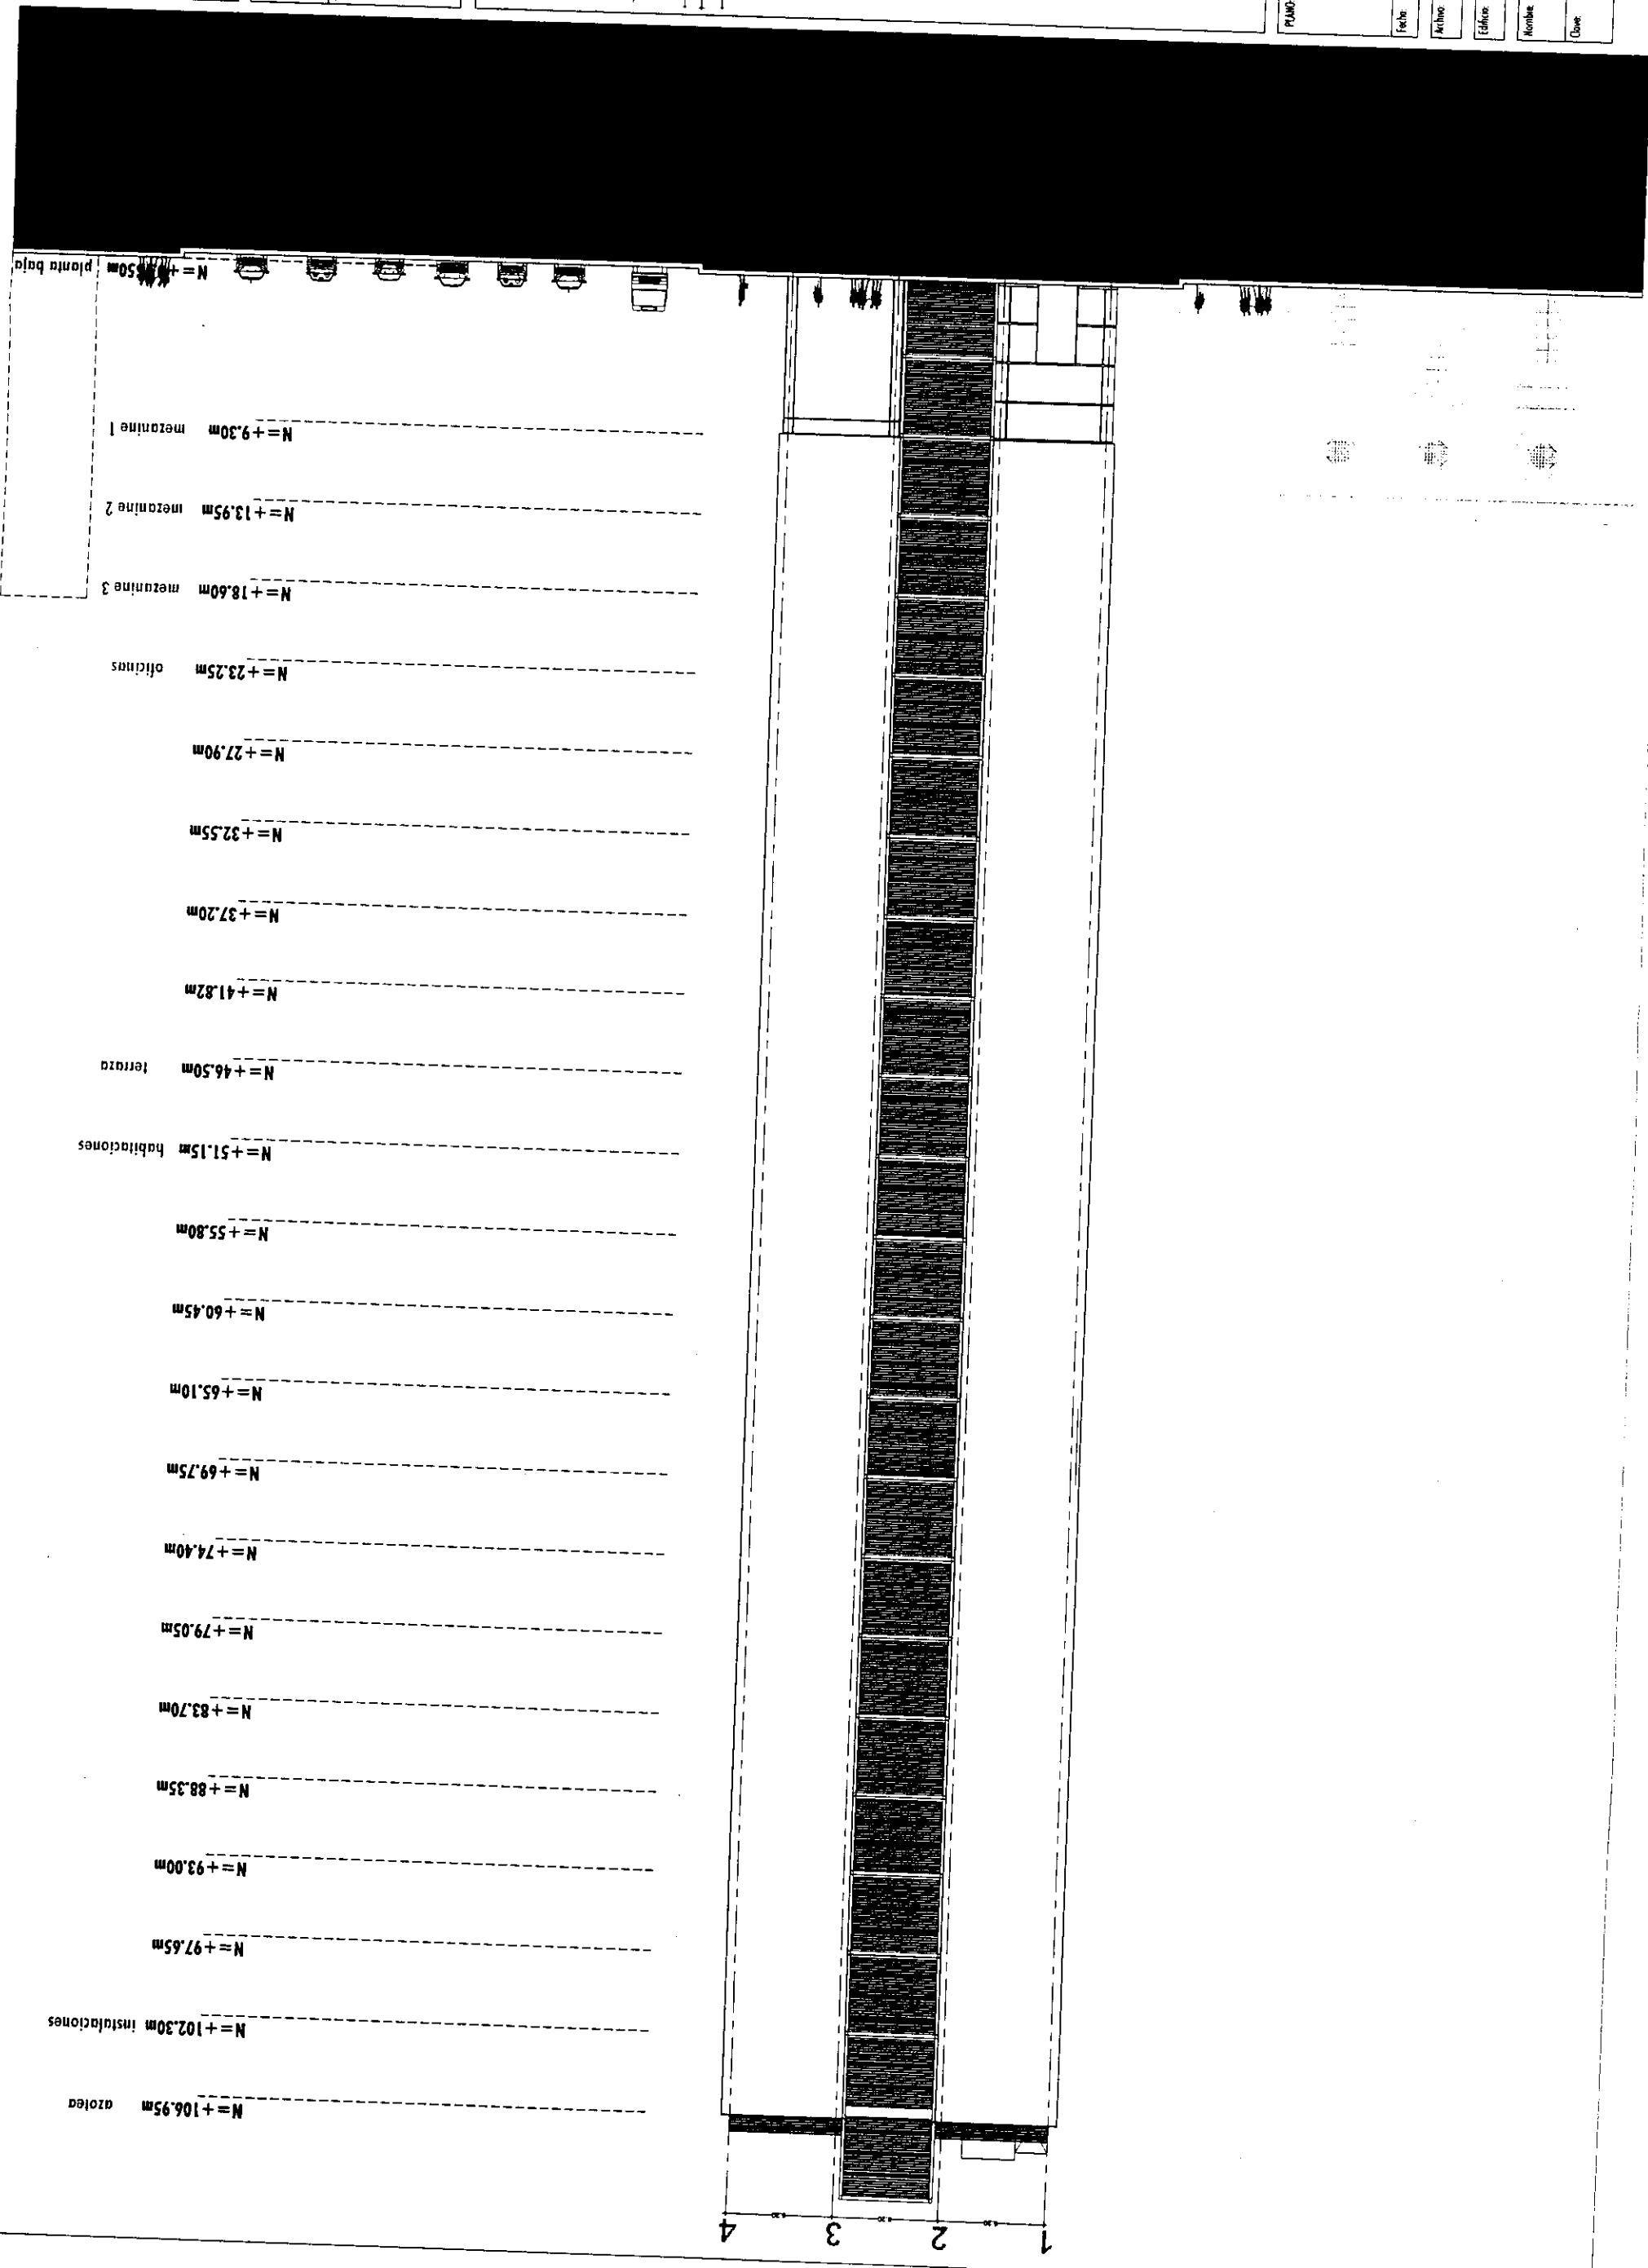



TESIS PROFESIONAL
**CENTRO INTEGRAL
VIZCAÍNAS**

Proyecto:

EJE CENTRAL LAGUERO CARDENAS Y VIZCAÍNAS
CENTRO HISTÓRICO - PERÍMETRO "N"
DELEGACIÓN CUAUHTÉMOC

Ubicación:

Av. Cuauhtémoc

Calle 2000

Col. Centro

CDMX

C.P. 10000

Méjico D.F.

Méjico

CDMX

Méjico

Ubicación:

Eje Central Llaguno Cardenás y Vizcaínas

Centro Histórico - Perímetro "N"

Delegación Cuauhtémoc

Calle 2000

Col. Centro

CDMX

Méjico D.F.

Méjico

Simbología:

-LAS COTAS RIGEN AL DIAZO

-LAS COTAS ESTAN EN CENTIMETROS

-LOS NIVELES ESTAN EN METROS

-REFLEJAR MEDIDAS EN OBRA

INDICA NIVEL DE PISO TERMINADO

INDICA CAMBIO DE NIVEL

-2.00

INDICA COTA A PÁRIO


-2.00

INDICA COTA A EJE

-2.00

INDICA COTA DE PÁRIO A EJE

<p

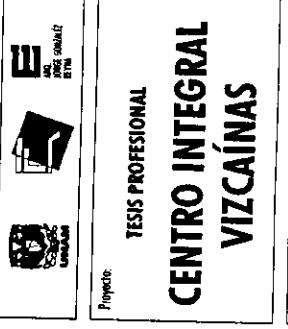

**CENTRO INTEGRAL
VIZCAÍNAS**

Projecto:

E

Ubicación:


EJE CENTRAL LAZARO CARDENAS Y VIZCAÍNAS
CENTRO HISTÓRICO - PERÍMETRO "A"
DELEGACIÓN CUAUHTÉMOC

Código de ubicación:

Centro de ubicación:

Símbolos:
-LAS COTAS INGEN AL DIBUJO
-LAS COTAS ESTAN EN CENTÍMETROS
-LOS NIVELLES ESTAN EN METROS
-VERIFICAR MEDIDAS EN OBRA

INDICA NIVEL DE PISO TERMINADO
INDICA CAMINO DE NIVEL
— INDICA COTA A PÁTIO
— INDICA COTA A EJE
— INDICA COTA DE PÁTIO A EJE

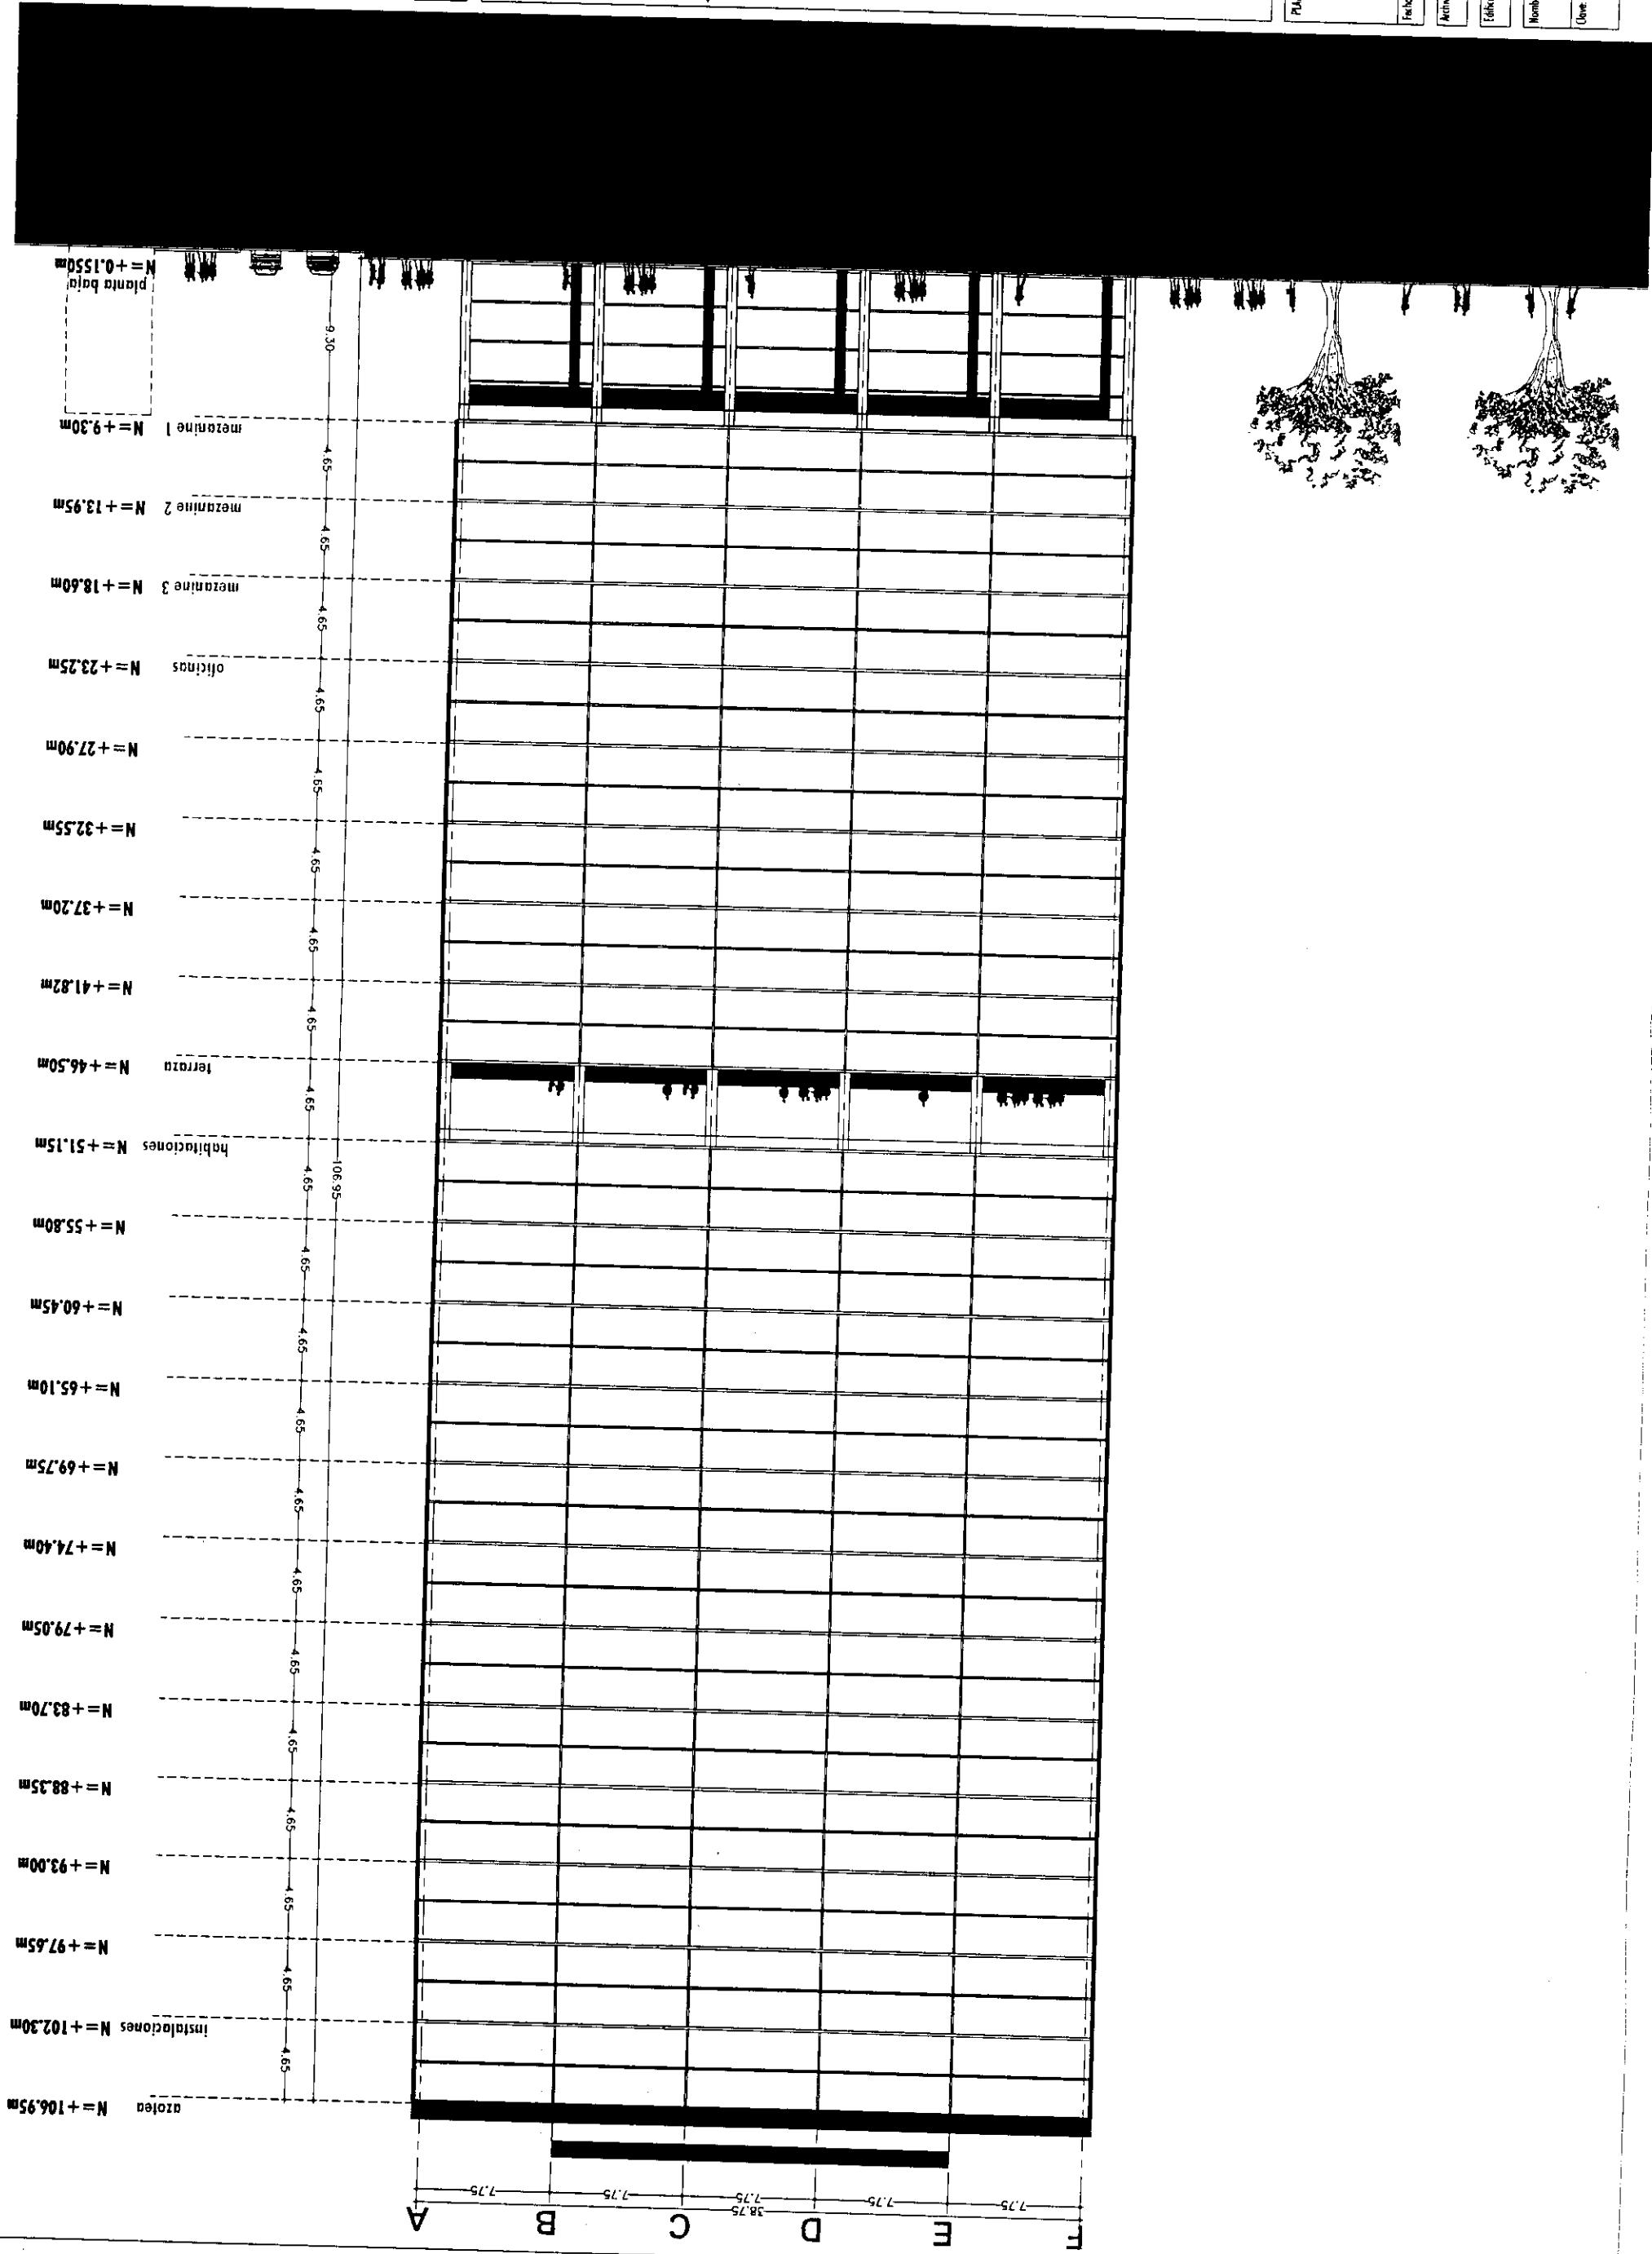

PLANO		Fachada	Nombre
Foto:	2004	Escala: 1:350	FA-OR-N.dwg

Término: TORRE NORTE Nivel: 0 Sección:
Nombre: ESTAVILLO LARA CHRISTIAN
Unid.: FA-03




TESIS PROFESIONAL
CENTRO INTEGRAL
VIZCAÍNAS

Ubicación:
EJE CENTRAL LAZARO CARDENAS Y VIZCAÍNAS
CENTRO HISTÓRICO - PERÍMETRO "Y"
DELEGACIÓN CUAUTITLÁN
Código de Colaboración:

Símbolos:
— INDICA NIVEL DE PISO TERMINADO
— INDICA CAMBIO DE NIVEL
— 1.00 — INDICA COTA A PÁNO
— 1.00 — INDICA COTA A ESE
— 1.00 — INDICA COTA DE PÁNO A ESE
— 1.00 — INDICA COTA DE PÁNO A EFE

PLANO: **FACHADA PONIENTE**
Fecha: 20/04 Escala: 1:500
Altura: FA-PO-Nang
Último: TORRE NORTE Nivel: 0 Sección:
Nombre: ESTAVILLO LARA CHRISTIAN
Dove: FA-04

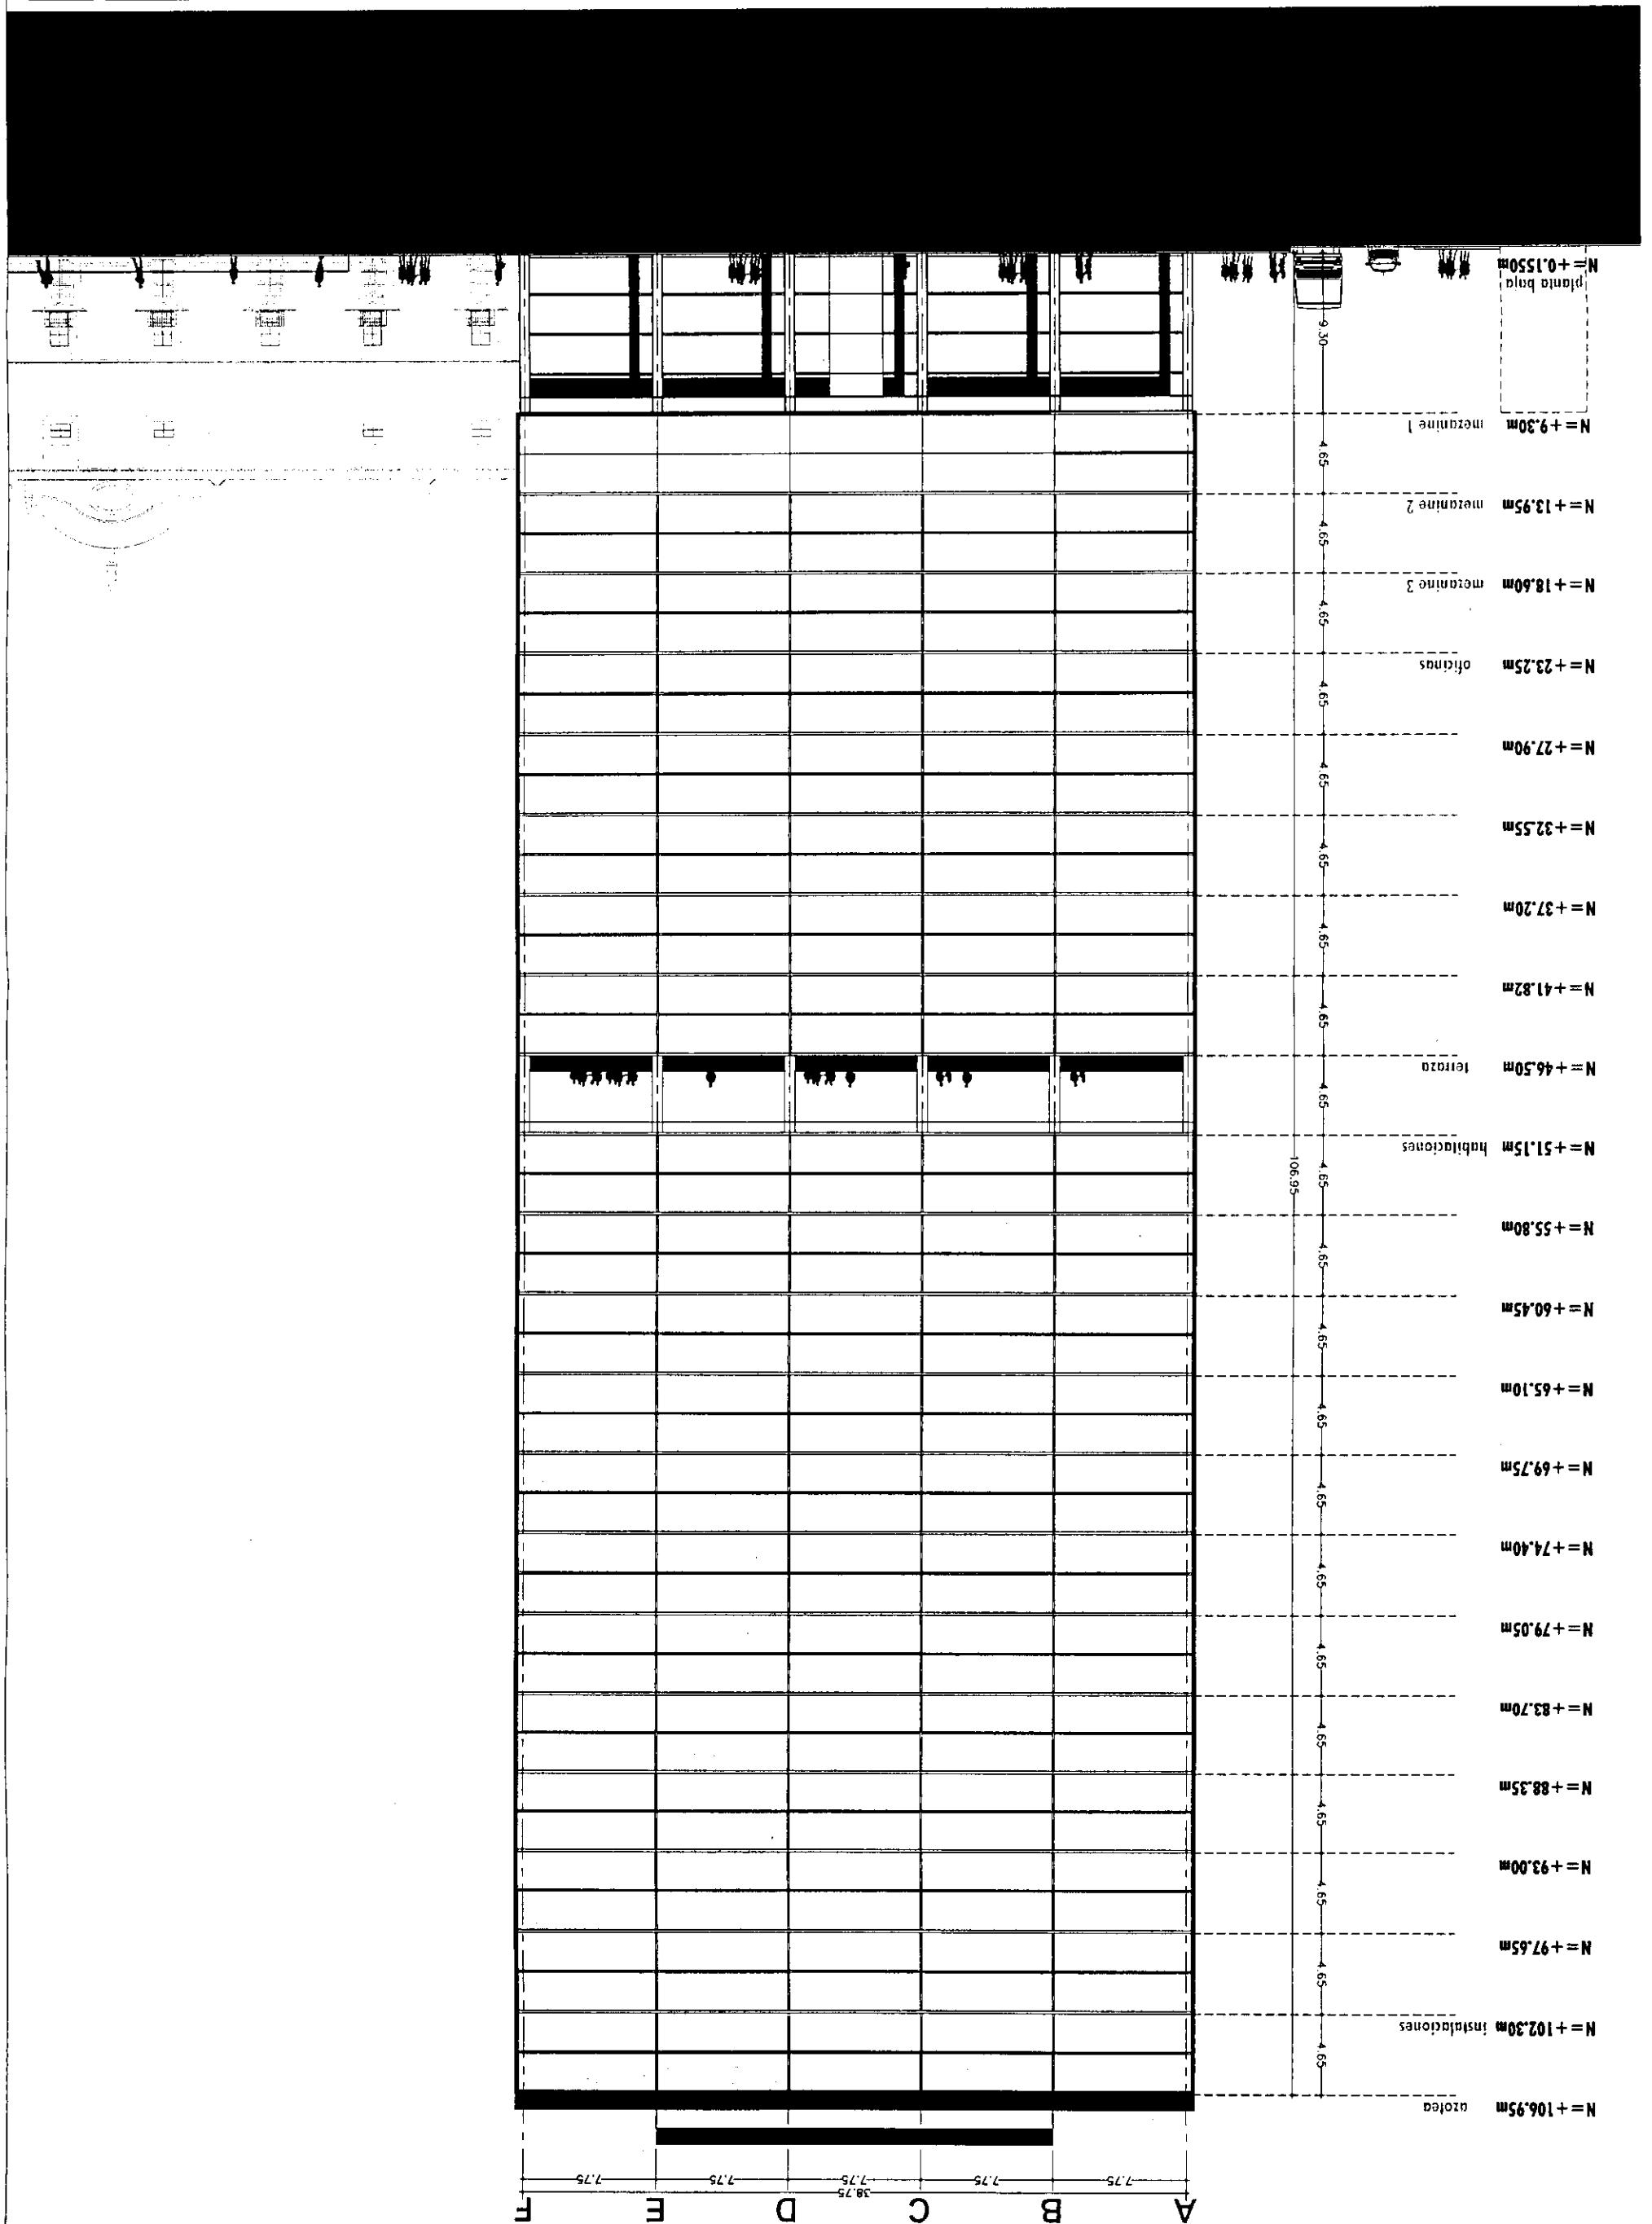



TESIS PROFESIONAL
CENTRO INTEGRAL
VIZCAÍNAS

Ubicación:
EE CENTRAL LIZARDO CARDENAS Y VIZCAÍNAS
CENTRO HISTÓRICO - PERÍMETRO 'A'
DELEGACIÓN CUAUHTÉMOC


Símbolo:
— INDICA NIVEL DE PISO TERMINADO
— INDICA CAMBIO DE NIVEL
— LAS COTAS SIGUEN AL DIBUJO
— LAS COTAS ESTAN EN CENTÍMETROS
— LOS NIVELES ESTAN EN METROS
— VERIFICAR MEDIDAS EN UNA
Copia de fundación
Copia de fundación

CORTE GENERAL

PLANO

Folio: 2004 Escala: 1:350
Número: CG-01-N.dwg
Edificio: TORRE NORTE Nivel: 0
Nombre: ESTAVILLO LARA CHRISTIAN
Calle:

Nombre: CG-01
Calle:

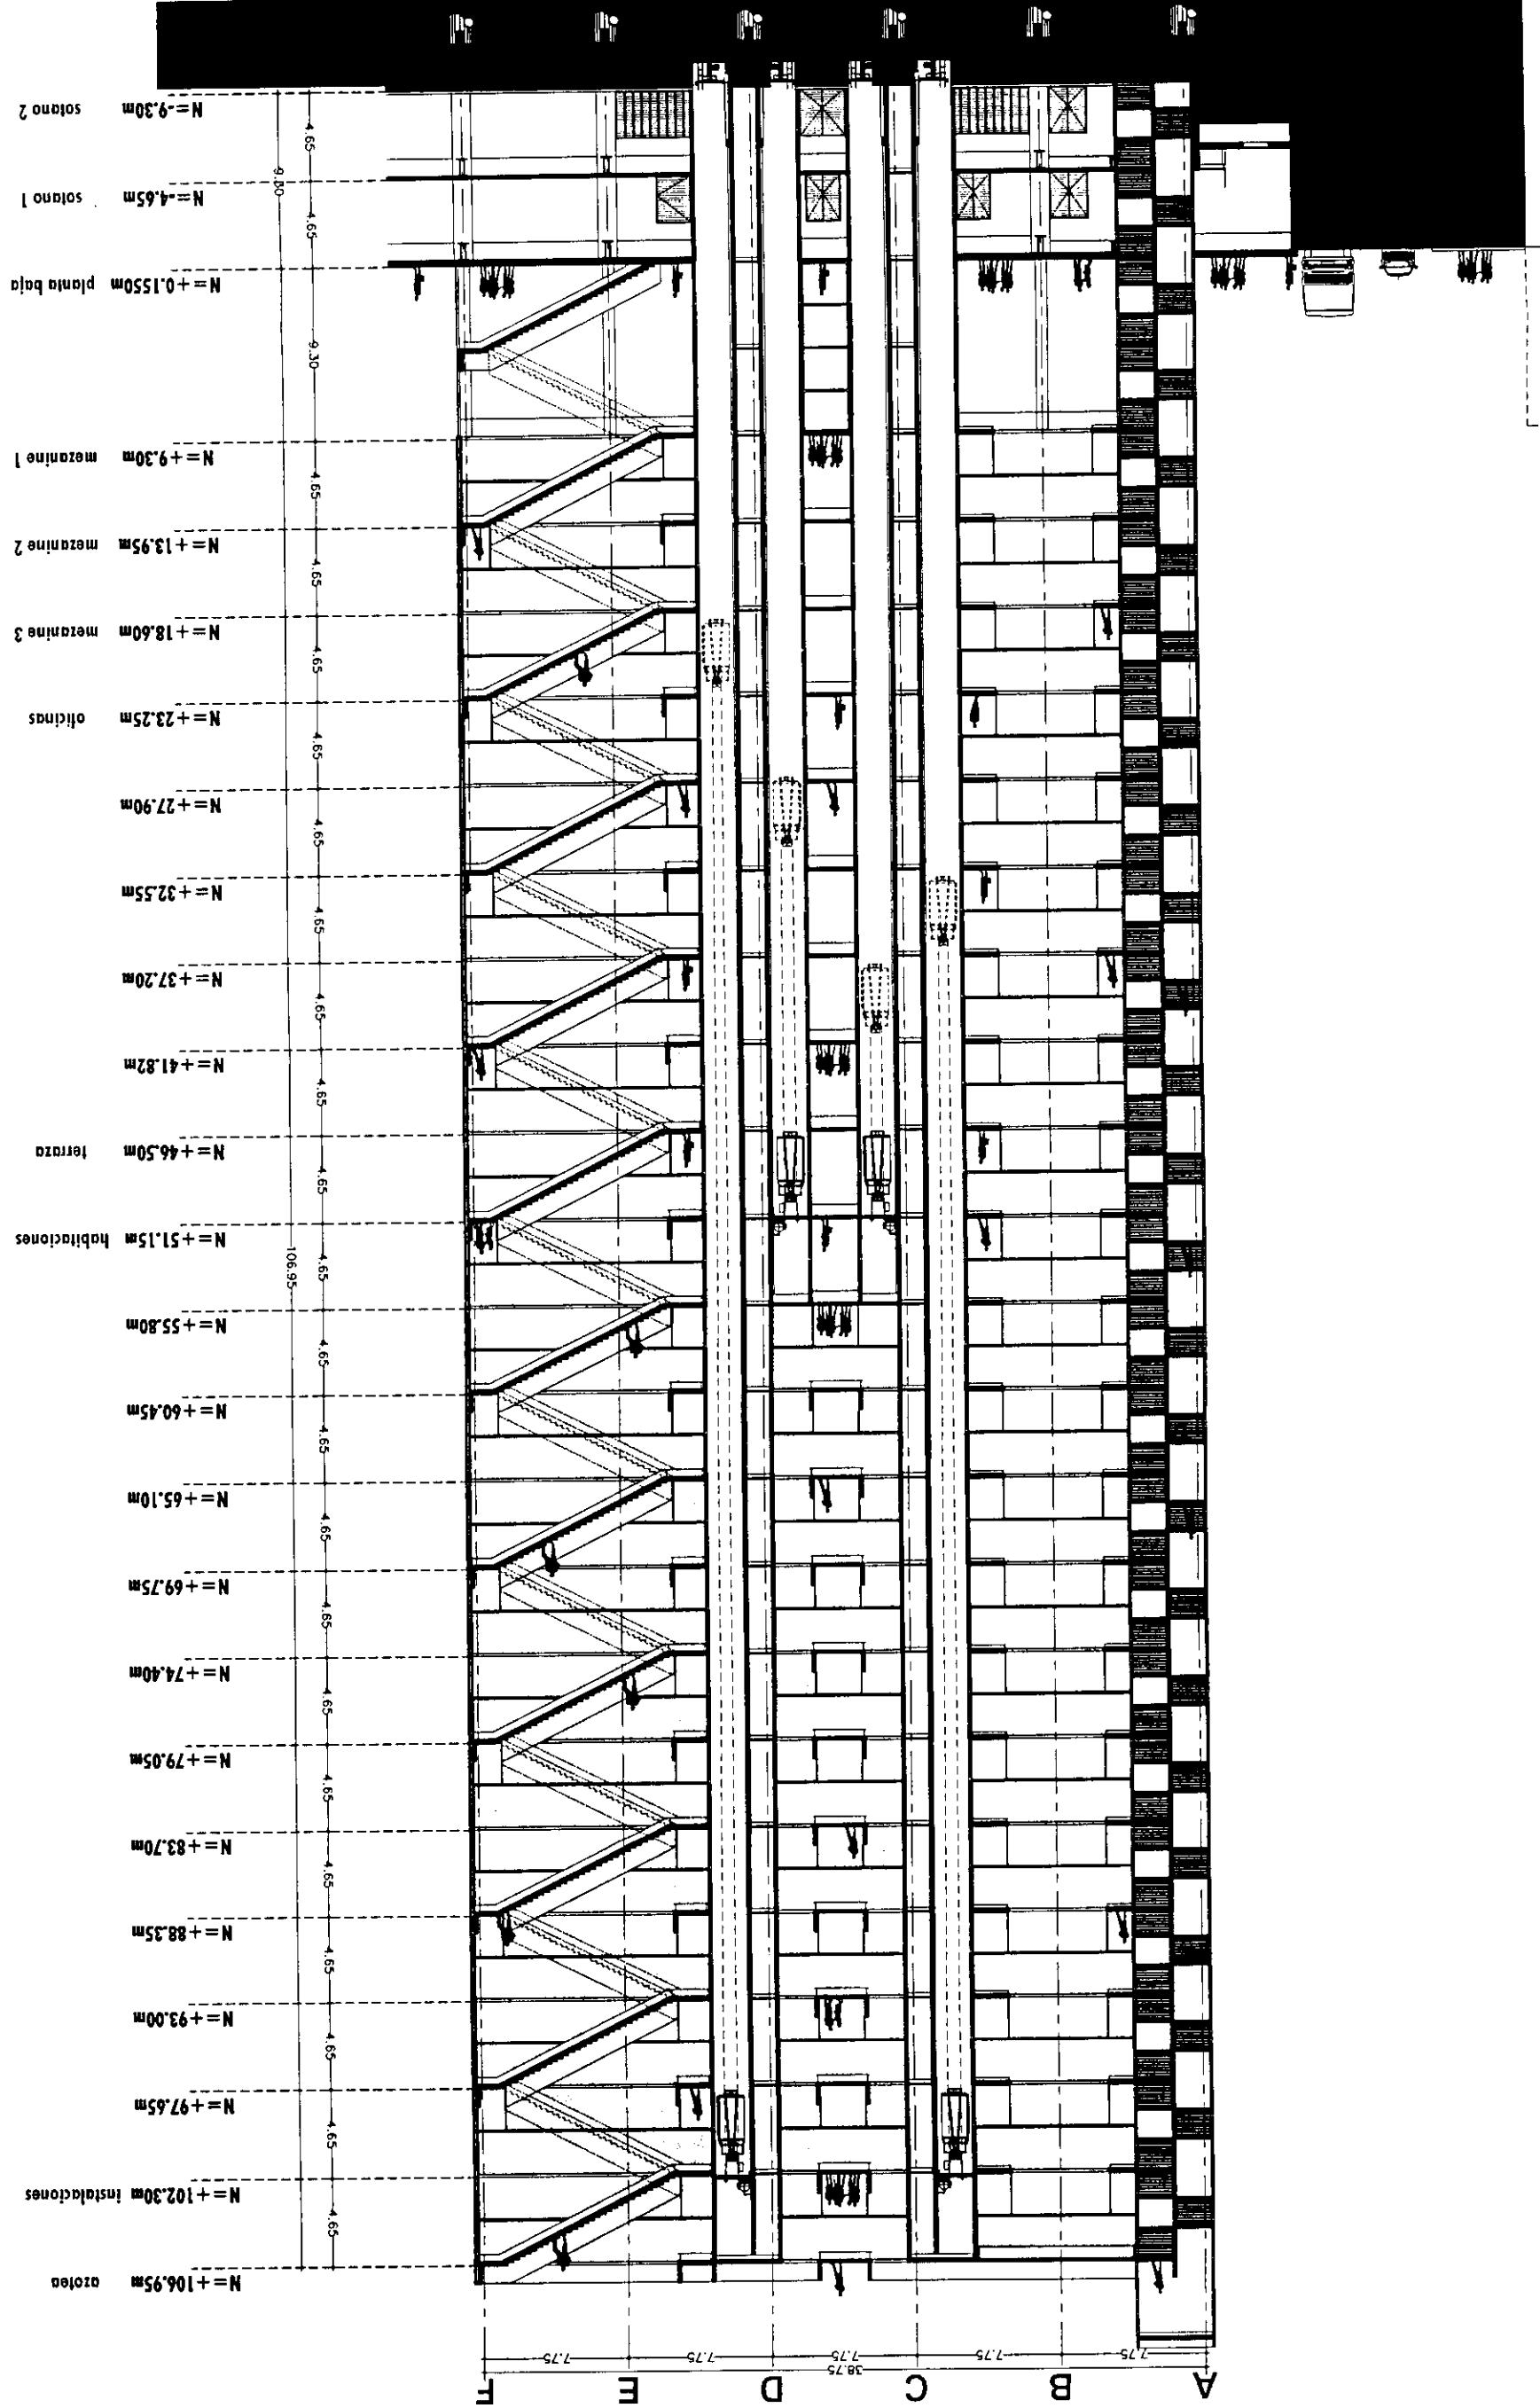



PROYECTO:
TESIS PROFESIONAL
CENTRO INTEGRADO VIZCAÍNAS

Proprietor.

**LIBRERIA
EL CENTRO LUDVICO CARMENAS Y VIZCAINAS
CENTRO HISTÓRICO - PERÍMETRO "A"
DELEGACIÓN CUAUHTÉMOC**


Sintologie

- LAS COTAS RIGEN AL DIBUJO
- LAS COTAS ESTAN EN CENTÍMETROS
- LOS NIVELES ESTAN EN MÉTROS
- VERIFICAR MEDIDAS EN OBRA
-  INDICA NIVEL DE PISO TERMINADO
-  INDICA CAMBIO DE NIVEL
-  INDICA COTA A PLANO
-  INDICA COTA A ESE
-  INDICA COTA DE PAÑO A ESE
-  INDICA COTA DE PAÑO A ESE

**CORTE
GENERAL B-B'**

CG-02-N-A
Author:

Edificio:	Torre Norte	Nivel:	6
Membrete:	ESTAVILLO LARA CHRISTIAN		
Calle:	CG-02		

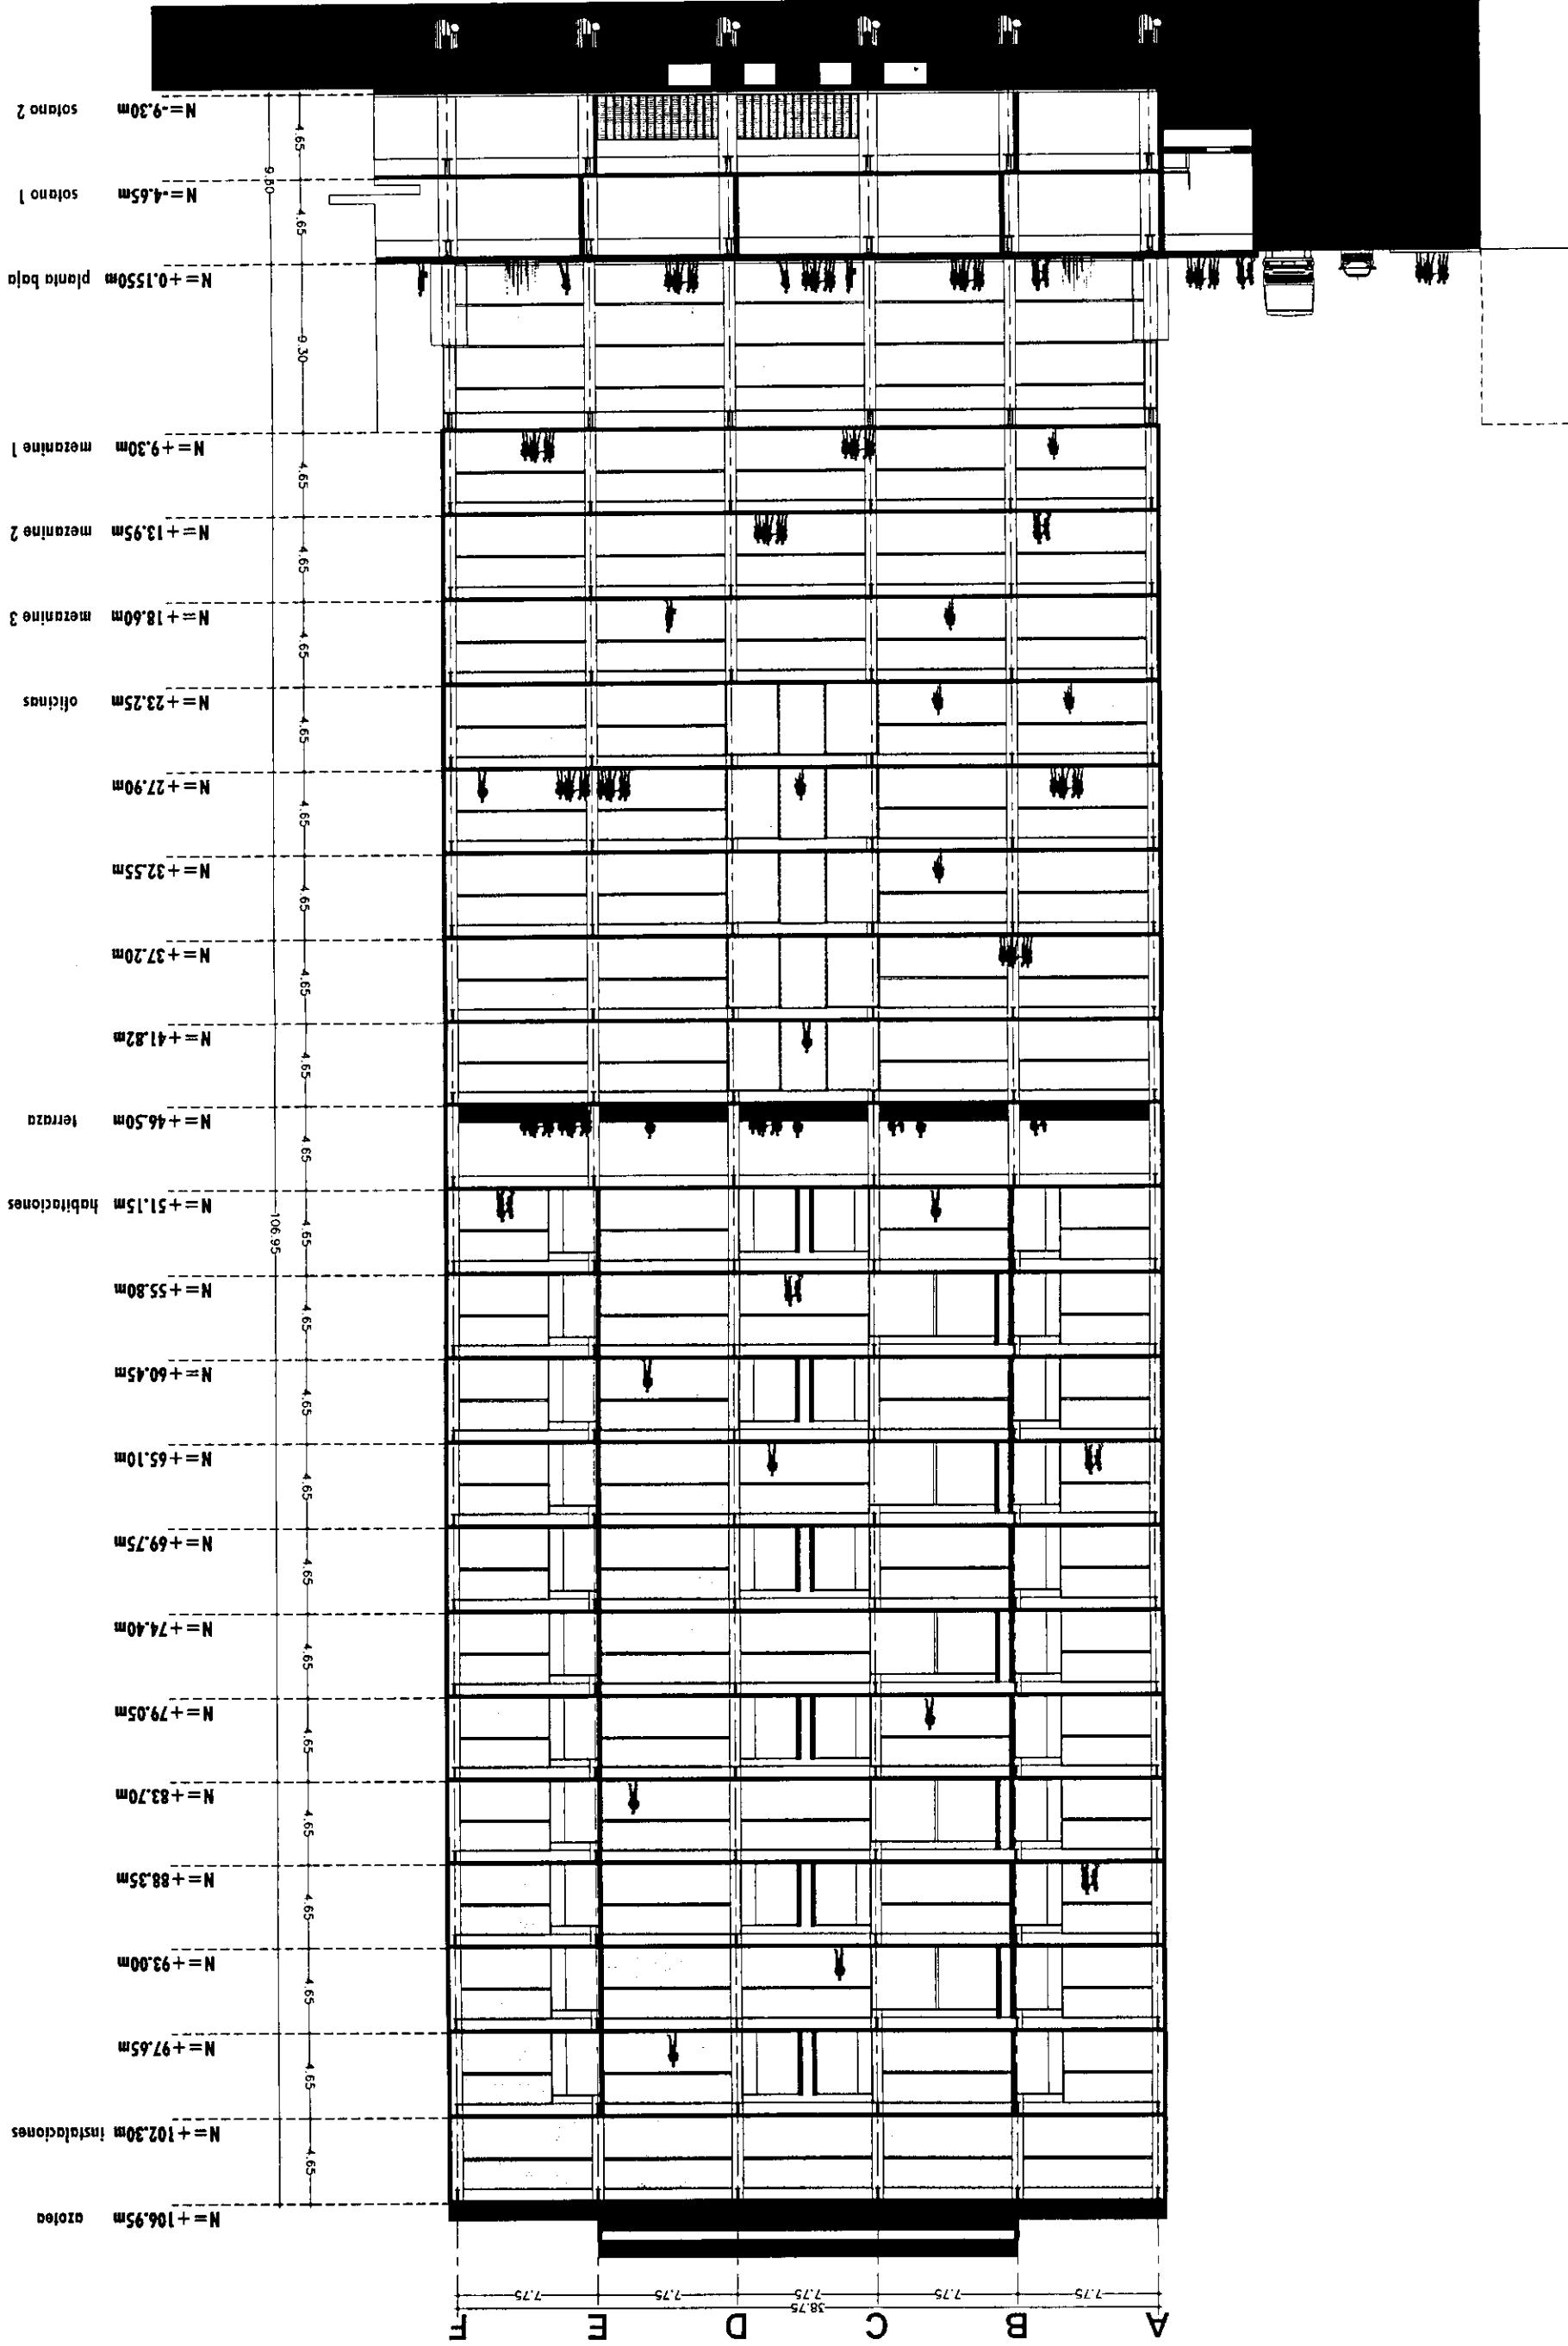



TESIS PROFESIONAL
CENTRO INTEGRAL
VIZCAÍNAS

Ubicación:
EL CENTRAL LAZARO CARDENAS Y VIZCAÍNAS
CENTRO HISTÓRICO - PERIMETRO 'A'
DELEGACIÓN CUAUHTÉMOC

Origen de proyección:

Simbología:


-LAS COTAS IRIGEN AL SUELLO

-LAS COTAS ESTAN EN CENTÍMETROS

-LOS NIVELLES ESTAN EN METROS

-VERIFICAR MEDIDAS EN ORBA

INDICA NIVEL DE PISO TERMINADO
INDICA CAMBIO DE NIVEL
— 2.00 — INDICA COTA A PÁNO
— 2.00 — INDICA COTA A SEE
— 2.00 — INDICA COTA DE PARED A D.F.

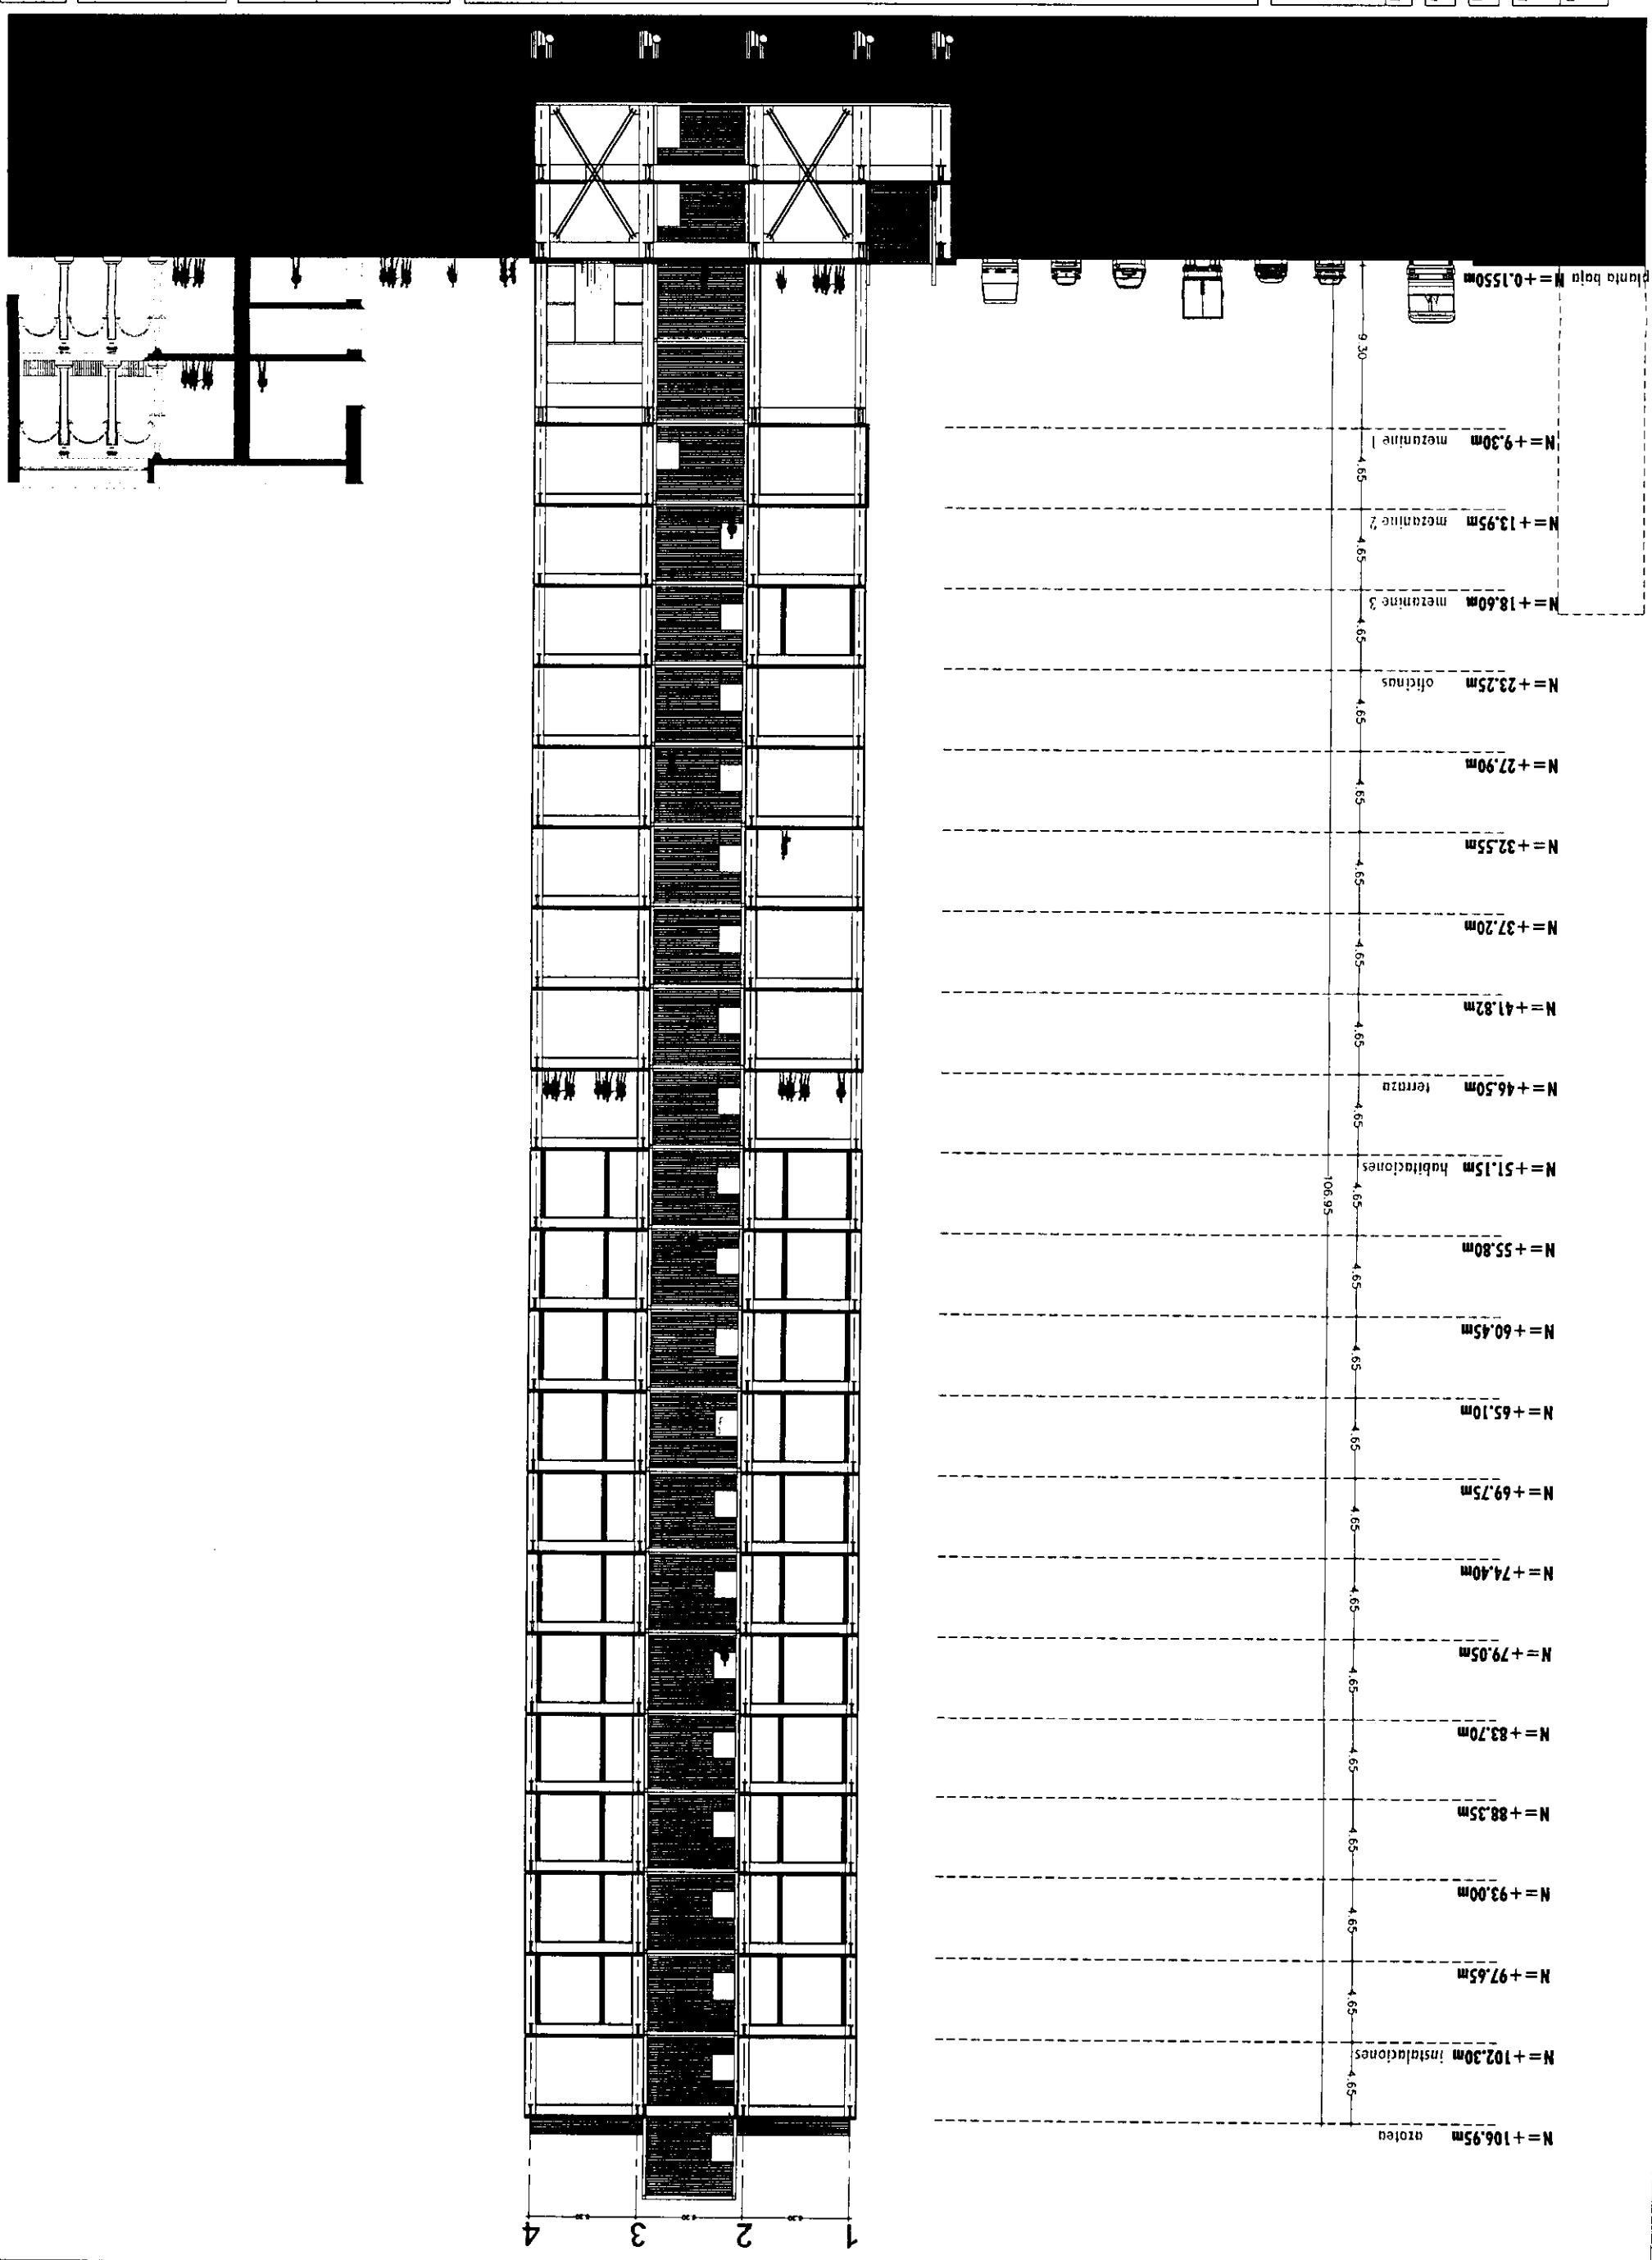



TESIS PROFESIONAL
CENTRO INTEGRAL
VIZCAÍNAS

Proyecto:

EJE CENTRAL LAZARO CARDENAS Y VIZCAÍNAS
CENTRO HISTÓRICO, PERIMETRO CUMPLIDOR



Simbología:
LAS COTAS REFEREN A DIBUJO
-LAS COTAS ESTAN EN CENTÍMETROS
-LOS NIVELES ESTAN EN MÉTROS
-VERIFICAR MEDIDAS EN OBRA

INDICA NIVEL DE PISO TERMINADO
INDICA CAMBIO DE NIVEL
-2.00 INDICA COTA A PAÑO
-2.00 INDICA COTA A EJE
-2.00 INDICA COTA DE PAÑO A EJE

CORTE
GENERAL D-D'

Plano:

Fecha: 2004

Escala: 1:250

Número:

CG-04-N.dwg

Edificio: TORRE NORTE

Nivel: 0

Sectón:

Número:

ESTAVILLO LARA CHRISTIAN

Diseño:

CG-04



	Proyecto: TESIS PROFESIONAL
CENTRO INTEGRAL VIZCAÍNAS	
Ubicación: EJE CENTRAL LAZARO CARDENAS Y VIZCAÍNAS CENTRO HISTÓRICO - "PERIMETRO "X" DELEGACIÓN CUAUTITLÁN, D.F.	
Gráfico de Localización	Orientación:
BASE	
1 LOSACERO GALVANIZADA ROMSA SECCIÓN QL-99-M62 CAL.22 (VER PLANOS ESTRUCTURALES)	
2 LOSA DE CONCRETO FC=350 KG./CM2 ARMADA CON VARILLA CORRUGADA R-42 FY= 4200 KG./CM2. (VER PLANOS ESTRUCTURALES)	
FINAL	
1 PLAFON MCA. HUNTER DOUGLAS, MOD. TIPO MODULAR DE 1.22 x 61 CMS. PLACAS Y BANDEJAS DE LÁMINA DE ALUMINIO ESMALTADO COLOR BCO.	
2 LOSA DE CONCRETO FC=350 KG./CM2 ARMADA CON VARILLA CORRUGADA R-42 FY= 4200 KG./CM2. (VER PLANOS ESTRUCTURALES)	
BASE	
1 LOSACERO GALVANIZADA ROMSA SECCIÓN QL-99-M62 CAL.22 (VER PLANOS ESTRUCTURALES)	
2 LOSA DE CONCRETO FC=350 KG./CM2 ARMADA CON VARILLA CORRUGADA R-42 FY= 4200 KG./CM2. (VER PLANOS ESTRUCTURALES)	
3 RAMPAS DE CONCRETO ARMADO, ACABADO ESTRIADO.	
INTERMEDIO	
1 CAPA DE COMPRESIÓN DE CONCRETO PREMEZCLADO FC=250 KG./CM2 DE 12CMS. DE ESPESOR, REFORZADA CON MALLA ELECTROSOLDADA EX6X10X10. (VER PLANOS ESTRUCTURALES).	
2 APPLICACIÓN PRIMARIO ASFÁLTICO DE BAJA VISCOCIDAD Y RÁPIDA EVAPORACIÓN MICROPRIMER O SIMILAR.	
3 BASTIDOR DE MADERA DE PINO PARA RECIBIR DUELA DE ENCINO.	
4 CAPA DE PROPILENO DE 4MM. ESPESOR PARA RECIBIR PISO LAMINADO	
5 IMPERMEABILIZANTE PREFABRICADO DE PLACA NEOPRENE DE 3/8" VULCANIZADO AL FUEGO SUMINISTRADO EN ROLLO Y SOBRE UN TENDIDO DE GRAVA DE 3 1/4".	
6 PEGLOSEITA PARA PISOS COLOR GRIS.	
7 MORTERO CEMENTO-ARENA PROPORCIÓN 5:1	
FINAL	
1 FIRME DE CONCRETO FC=150 KG./CM2, ACABADO PULIDO ESPEJO CON MAQUINA Y COLADO CON AGRAGADO DE GRAVA DE 1/2" CON JUNTAS DE ANGULO DE ALUMINIO NATURAL DE 2" x 1/4" @ 2.745 CMS EN SENITDO TRANSVERSAL. VER PLANO ESTRUCTURAL.	
2 PISO DE DUELA DE ENCINO NACIONAL DE PRIMERA NATURAL DE 10CMS. DE ANCHO POR 1CM. DE ESPESOR ACABADO DE BARNIZ POLIURETANO TRANSPARENTE.	
3 PISO LAMINADO MCA.WILSON FLOOR MOD. HAYA COMERCIAL DE 1.20x0.192CMS. ESPESOR DE 8MM. TIPO COMERCIAL PESADO.	
4 CANTERA TIPO TIKAL COLOR NARANJA DE 50x50CMS. JUNTAS A HUESO	
5 PIEDRA PIZARRA NEGRA DE 50x50CMS. JUNTAS A HUESO	
6 PISO DE DUELA DE PINO NACIONAL DE PRIMERA, DE 100CM DE ANCHO POR 1CM. DE ESPESOR TIPO MACHIMBRADA, ACABADO NATURAL BARNIZ DE POLIURETANO TRANSPARENTE PARA INTERFERIE TRATADA CON QUÍMICO PARA INTERFERIE	
7 PLACA DE ACERO DE 3/16" DE ESPESOR.	
8 LOSETA CERÁMICA 31x31CMS. MCA.INTERCERAMIC, COLOR AZUL.	

ESPECIFICACIONES DE ACABADOS	
Pisos	
A. -BASE	
B. -INTERMEDIO	
C. -FINAL	
BASE	
1 MURO DE CONCRETO ARMADO APARENTE FC=300 KG./CM2 COLADO CON CIMBRA METALICA LAMBRIN DUELADO DE 1.22x2.44 MOÑOS DE 1/2" @ 61x61 CMS. (VER PLANOS ESTRUCTURALES)	
2 MURO DE TABIQUE ROJO COMÚN, 7X1.4X28 CMS. CON REFUERZOS ESTRUCTURALES DE CONCRETO ARMADO.	
INTERMEDIO	
3 PRECOLADO DE CONCRETO MCA.PRETECSA, COLOR BCO. ACABADO PULIDO SOBRE ESTRUCTURA METALICA.	
4 MURO DE DUROCK TABLACIMENTO MCA. U.S.G. PLACA 1.22x2.44 ESPESOR DE 1/2", SOBRE BASTIDOR DE LÁMINA JUNTEADO CON CINTA EXTERIOR TAPE Y MORTERO BASECOAT.	
5 COLUMNAS DE ACERO, ACABADO RECUBRIMIENTO PARA ALTAS TEMPERATURAS COLOR BCO. SHERWIN WILLIAMS NO.CAT C71BJ03 APLICADO A DOS MANOS CON COMPRESORAS SIN APPLICACIÓN DE PRIMARIO PREVIO.	
FINAL	
1 APLANADO DE CEMENTO-ARENA PROPORCIÓN 5:1 CON SELLADOR MCA. COMEX 100	
2 PEGAZULEJO PARA MURO MCA.INTERCERAMIC COLOR BCO. JUNTAS CON EMBOCULLADOR COLOR ARENA MCA.INTERCERAMIC	
3 MORTERO DE CEMENTO Y POLÍMEROS DE LATEX PARA MURO DE DUROCK	
INTERMEDIO	
1 PINTURA ACRILICA TIPO EPOXICA, COLOR GRIS PANTONE 2 COOL GRAY APLICADA A DOS MANOS.	
2 PINTURA VINÍCULICA COLOR BLANCO, MCA. COMEX	
3 AZULEJO COLOR ROJO Y AZUL MURICO, MCA. INTERCERAMIC TIPO ASTRATTO DE 10x10 CMS. PARA SANITARIOS Y BAÑOS.	
FINAL	
1 PINTURA ACRILICA TIPO EPOXICA, COLOR GRIS PANTONE 2 COOL GRAY APLICADA A DOS MANOS.	
2 PINTURA VINÍCULICA COLOR BLANCO, MCA. COMEX	
3 AZULEJO COLOR ROJO Y AZUL MURICO, MCA. INTERCERAMIC TIPO ASTRATTO DE 10x10 CMS. PARA SANITARIOS Y BAÑOS.	

ESPECIFICACIONES DE ACABADOS	
Muros	
A. -BASE	
B. -INTERMEDIO	
C. -FINAL	
INTERMEDIO	
1 PINTURA ACRILICA TIPO EPOXICA, COLOR GRIS PANTONE 2 COOL GRAY APLICADA A DOS MANOS.	
2 PINTURA VINÍCULICA COLOR BLANCO, MCA. COMEX	
3 AZULEJO COLOR ROJO Y AZUL MURICO, MCA. INTERCERAMIC TIPO ASTRATTO DE 10x10 CMS. PARA SANITARIOS Y BAÑOS.	
FINAL	
1 PINTURA ACRILICA TIPO EPOXICA, COLOR GRIS PANTONE 2 COOL GRAY APLICADA A DOS MANOS.	
2 PINTURA VINÍCULICA COLOR BLANCO, MCA. COMEX	
3 AZULEJO COLOR ROJO Y AZUL MURICO, MCA. INTERCERAMIC TIPO ASTRATTO DE 10x10 CMS. PARA SANITARIOS Y BAÑOS.	



**CENTRO INTEGRAL
VIZCAÍNAS**

TESIS PROFESIONAL

Proyecto:

Ubicación:
EJE CENTRAL LAZARO CÁRDENAS Y VIZCAÍNAS
CENTRO HISTÓRICO - PERIMETRO "A"
DELEGACIÓN CUAUHTEMOC

Gráfico de ubicación

Norte

Simbología:
-LAS COTAS RIGEN AL DIBUJO
-LAS COTAS ESTAN EN METROS
-LOS NIVELES ESTAN EN METROS
-VERIFICAR MEDIDAS EN OBRA

Ubicación:
N.P.T INDICA NIVEL DE PISO TERMINADO
← INDICA CAMBIO DE NIVEL
→ 2.00 → INDICA COTA A PANO
→ 2.00 → INDICA COTA A EJE
→ 2.00 → INDICA COTA DE PANO A EJE

Simbología de acabados:

A. ACABADOS EN MUROS
B. ACABADO BASE
C. ACABADO FINAL
D. ACABADO INTERIOR
E. ACABADO FINAL
F. ACABADO INTERIOR

G. CAMINO DE ACUMULADO EN MUROS
H. CAMINO DE ACUMULADO DE PLAFÓN

NOTA: VER TABLA DE ACABADOS EN PLANO ACA-00


**PLANTAS
SOTANOS 1-2
ACABADOS**

Plano: 2004 Escala: 1:200


Altura: ACA-0-N.dwg

Folio: TORRE NORTE Nivel: 4.5m a 30m Sección:

Nombre: ESTAVILLO LARA CHRISTIAN
Calle:

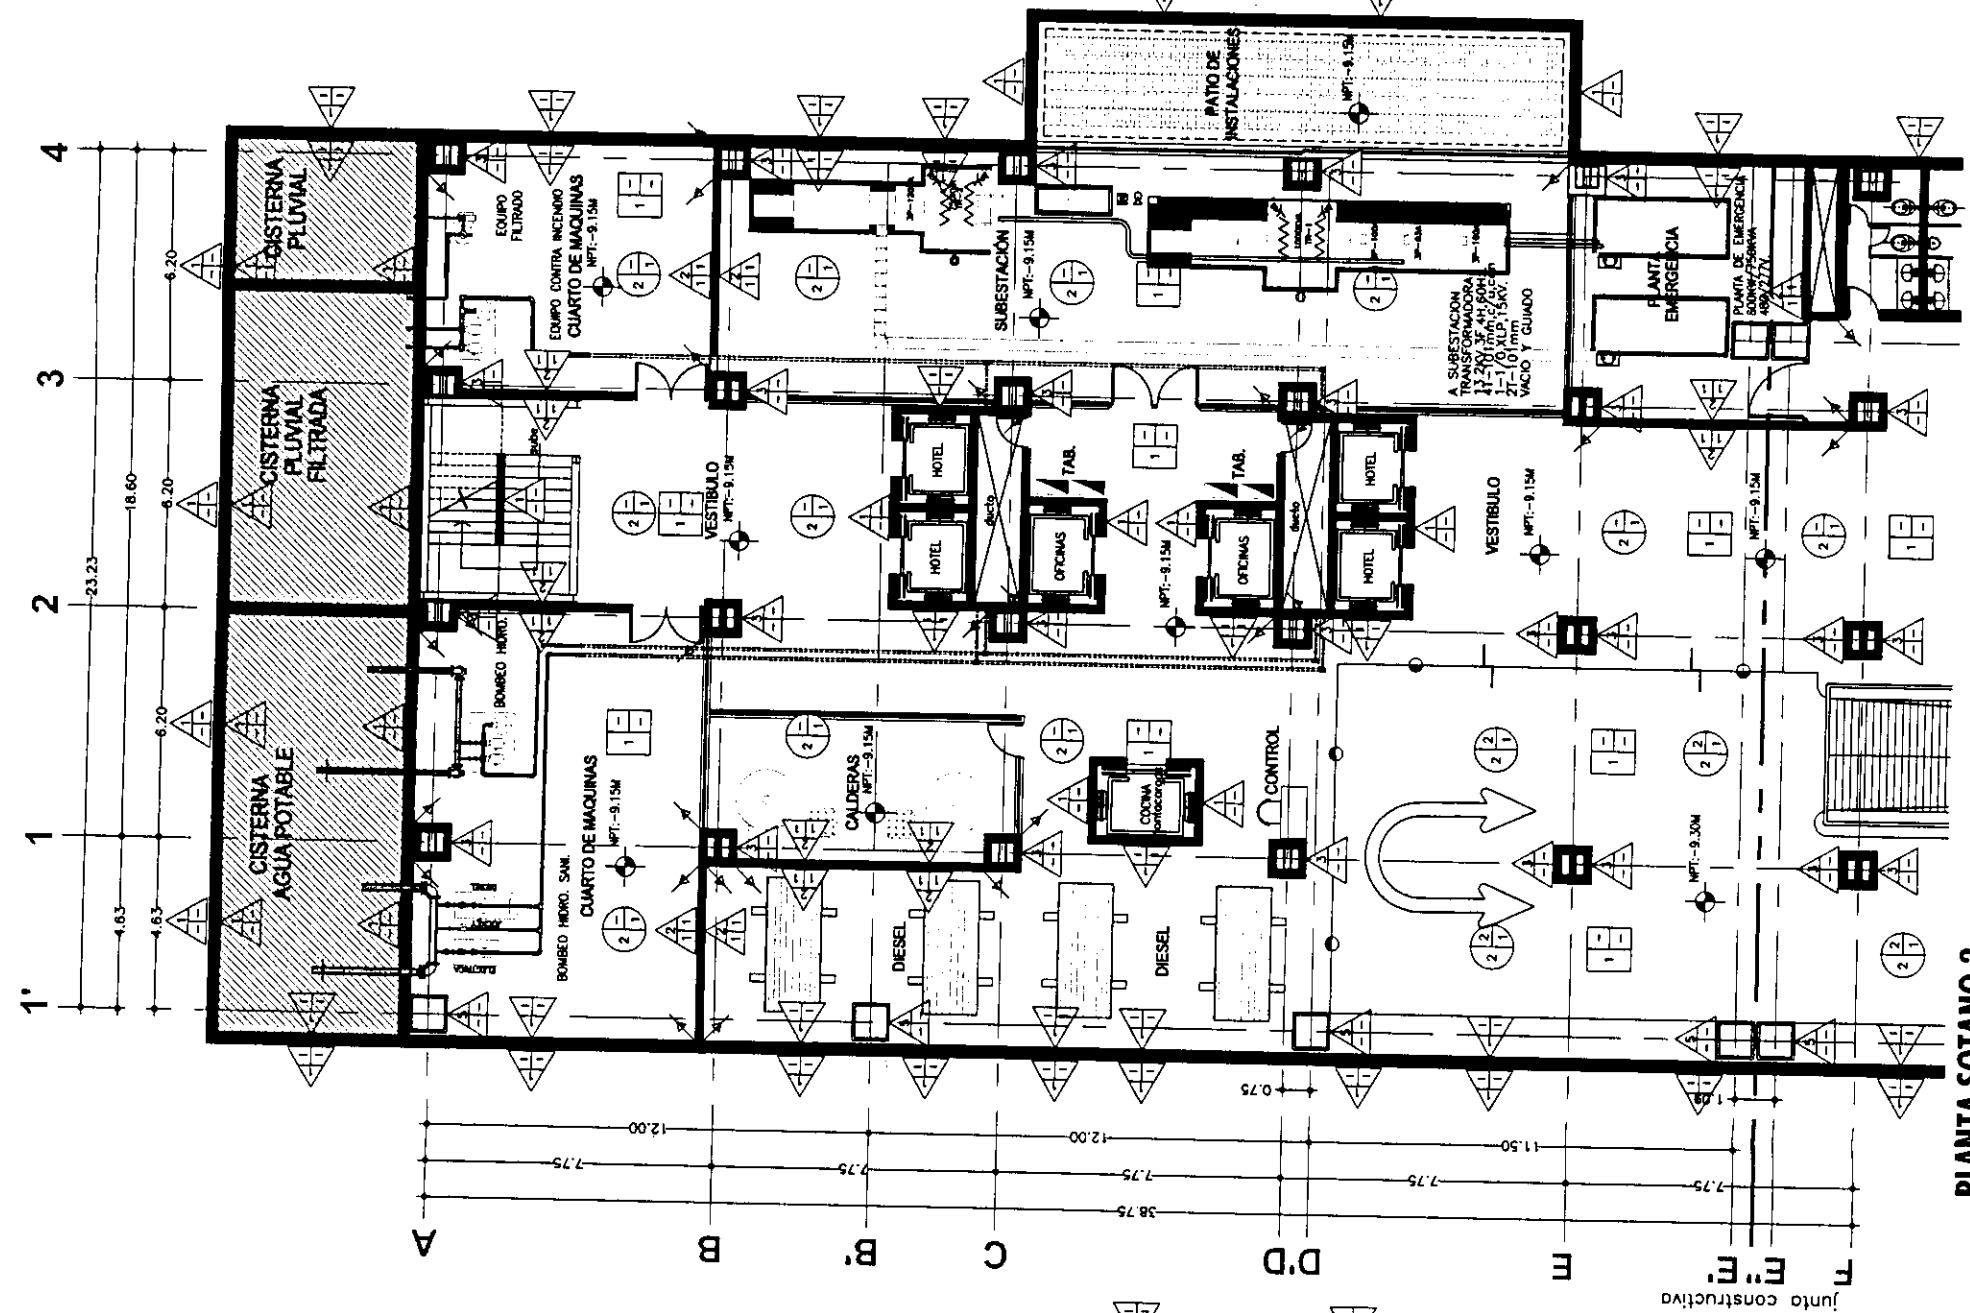

**PLANTA SOTANO 2
NIVEL -9.30m TORRE NORTE**

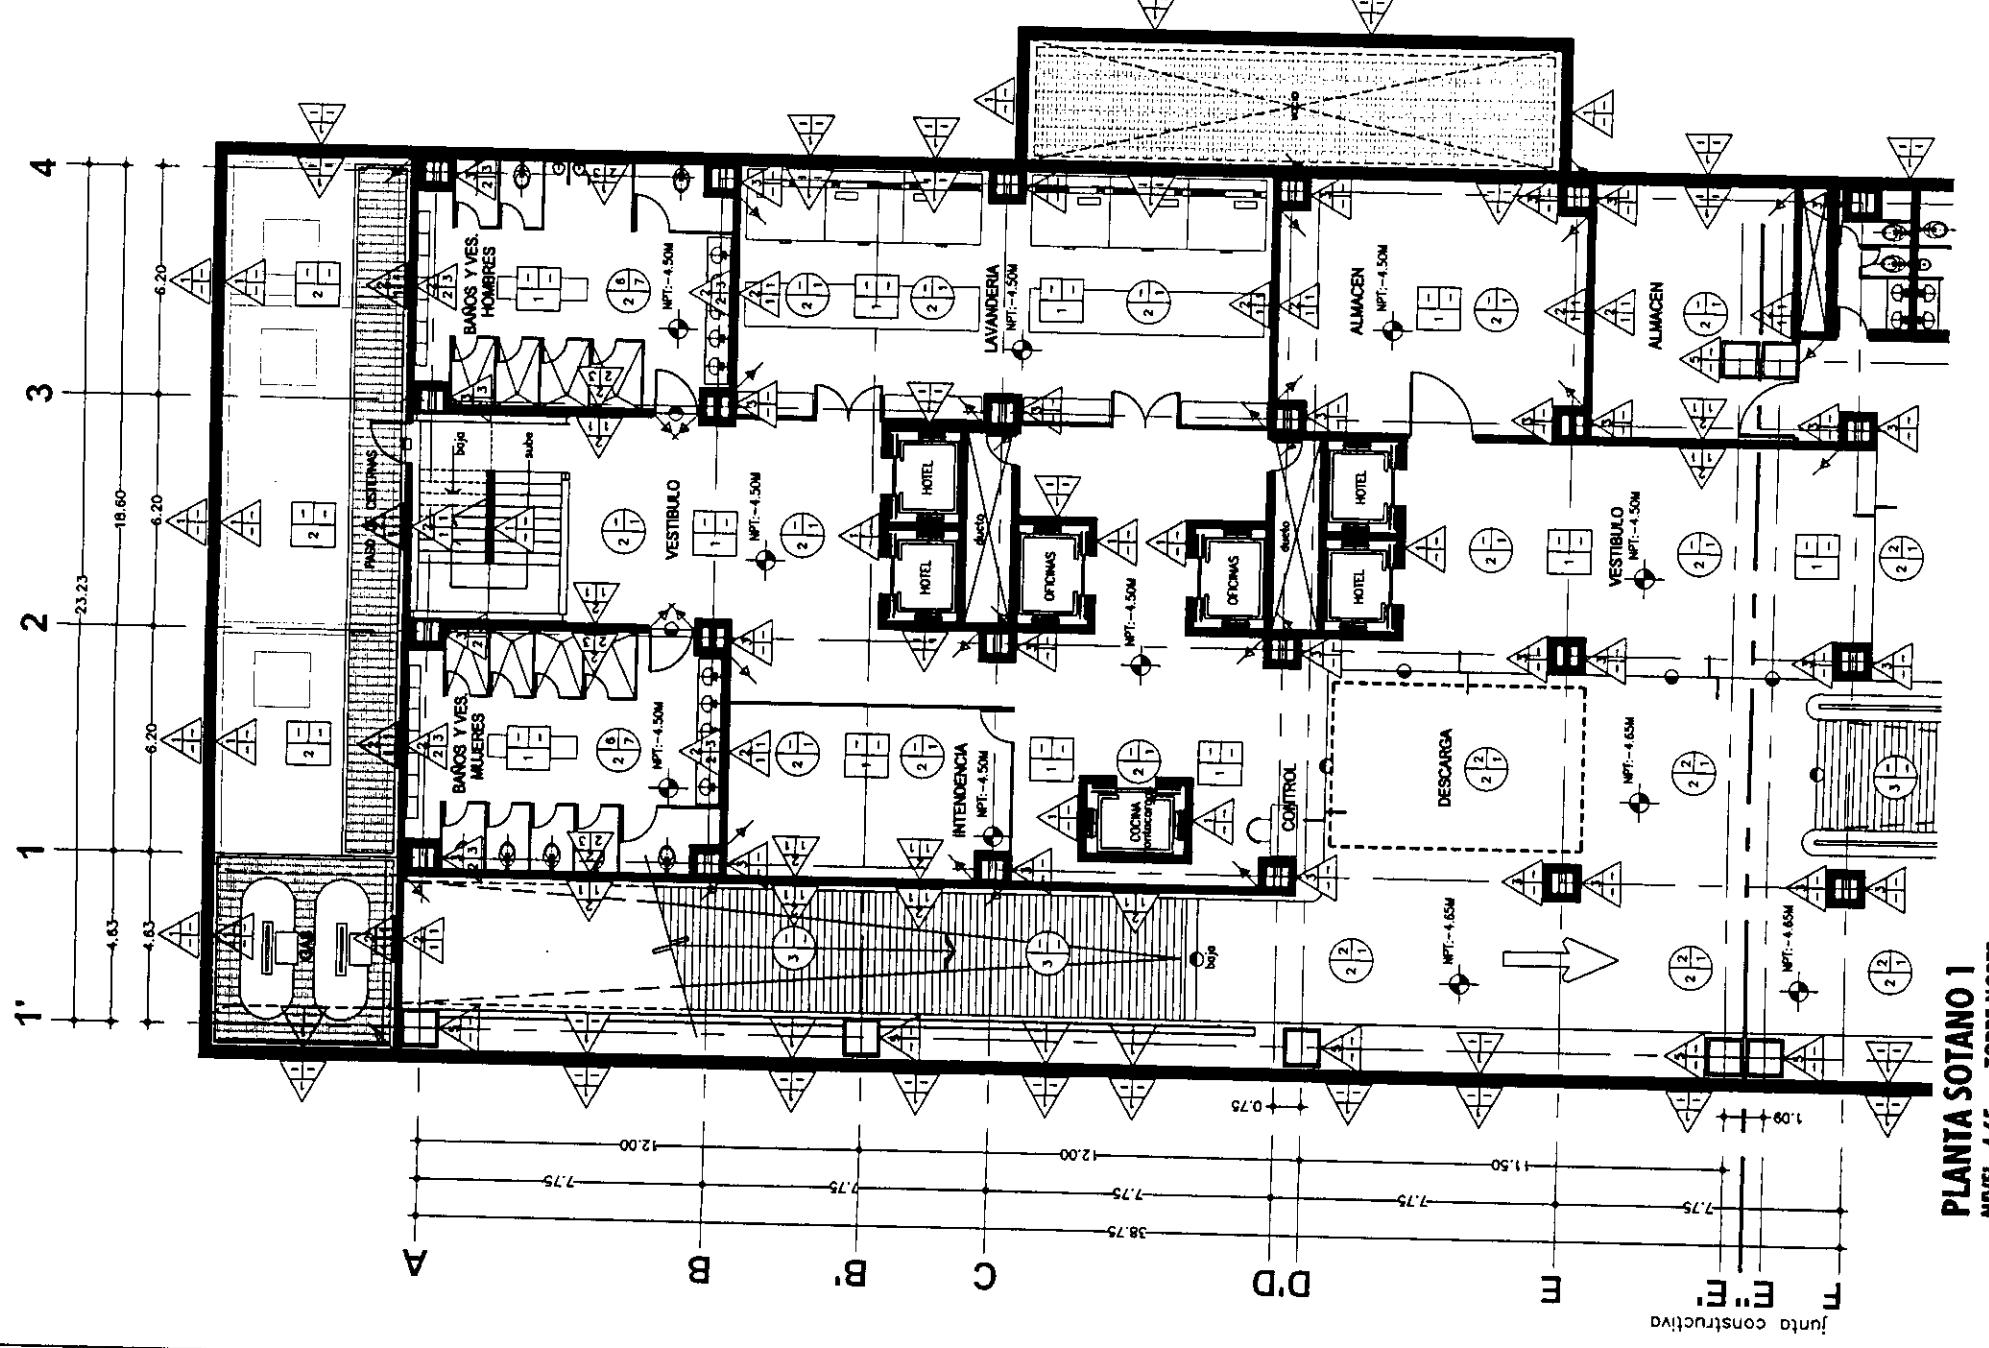

**PLANTA SOTANO 1
NIVEL -4.65m TORRE NORTE**



Proyecto:
**CENTRO INTEGRAL
VIZCAÍNAS**

TESIS PROFESIONAL

Ubicación:
EJE CENTRAL LAZARO CARDENAS Y VIZCAÍNAS
CENTRO HISTÓRICO - PERÍMETRO "A"
DELEGACIÓN CUAUHTEMOC

Orientación:

Coordenadas de Localización

Norte

Simbología:
-LAS COTAS RIGOR AL DIBUJO
-LOS NIVELES ESTAN EN METROS
-VERIFICAR MEDIDAS EN OBRA
N.P.T. INDICA NIVEL DE PISO TERMINADO
← INDICA CAMBIO DE NIVEL
→ INDICA COTA A PÁNO
+ INDICA COTA A EJE
- INDICA COTA DE PÁNO A EJE

ACABADOS EN MUROS

ACABADO BASE
ACABADO INTERIOR
ACABADO FINAL

ACABADOS EN PISOS

ACABADO INTERIOR
ACABADO FINAL

ACABADO EN PLAFÓN

ACABADO INTERIOR
ACABADO FINAL

CAMINO DE ACABADO EN MUROS
CAMINO DE ACABADO EN PISOS

NOTA: VER TABLA DE ACABADOS EN PLANO ACA-00

**PLANTA
BAJA
ACABADOS**

Folio: 2004 Escala: 1:200


Archivo: ACA-02-N.dwg


Edificio: TORRE NORTE Nivel: +150m Sección:

Nombre: ESTAVILLO LARA CHRISTIAN
Clave:

ACA-02

PLANTA BAJA ACCESO
NIVEL + 0,1550m
TORRE NORTE

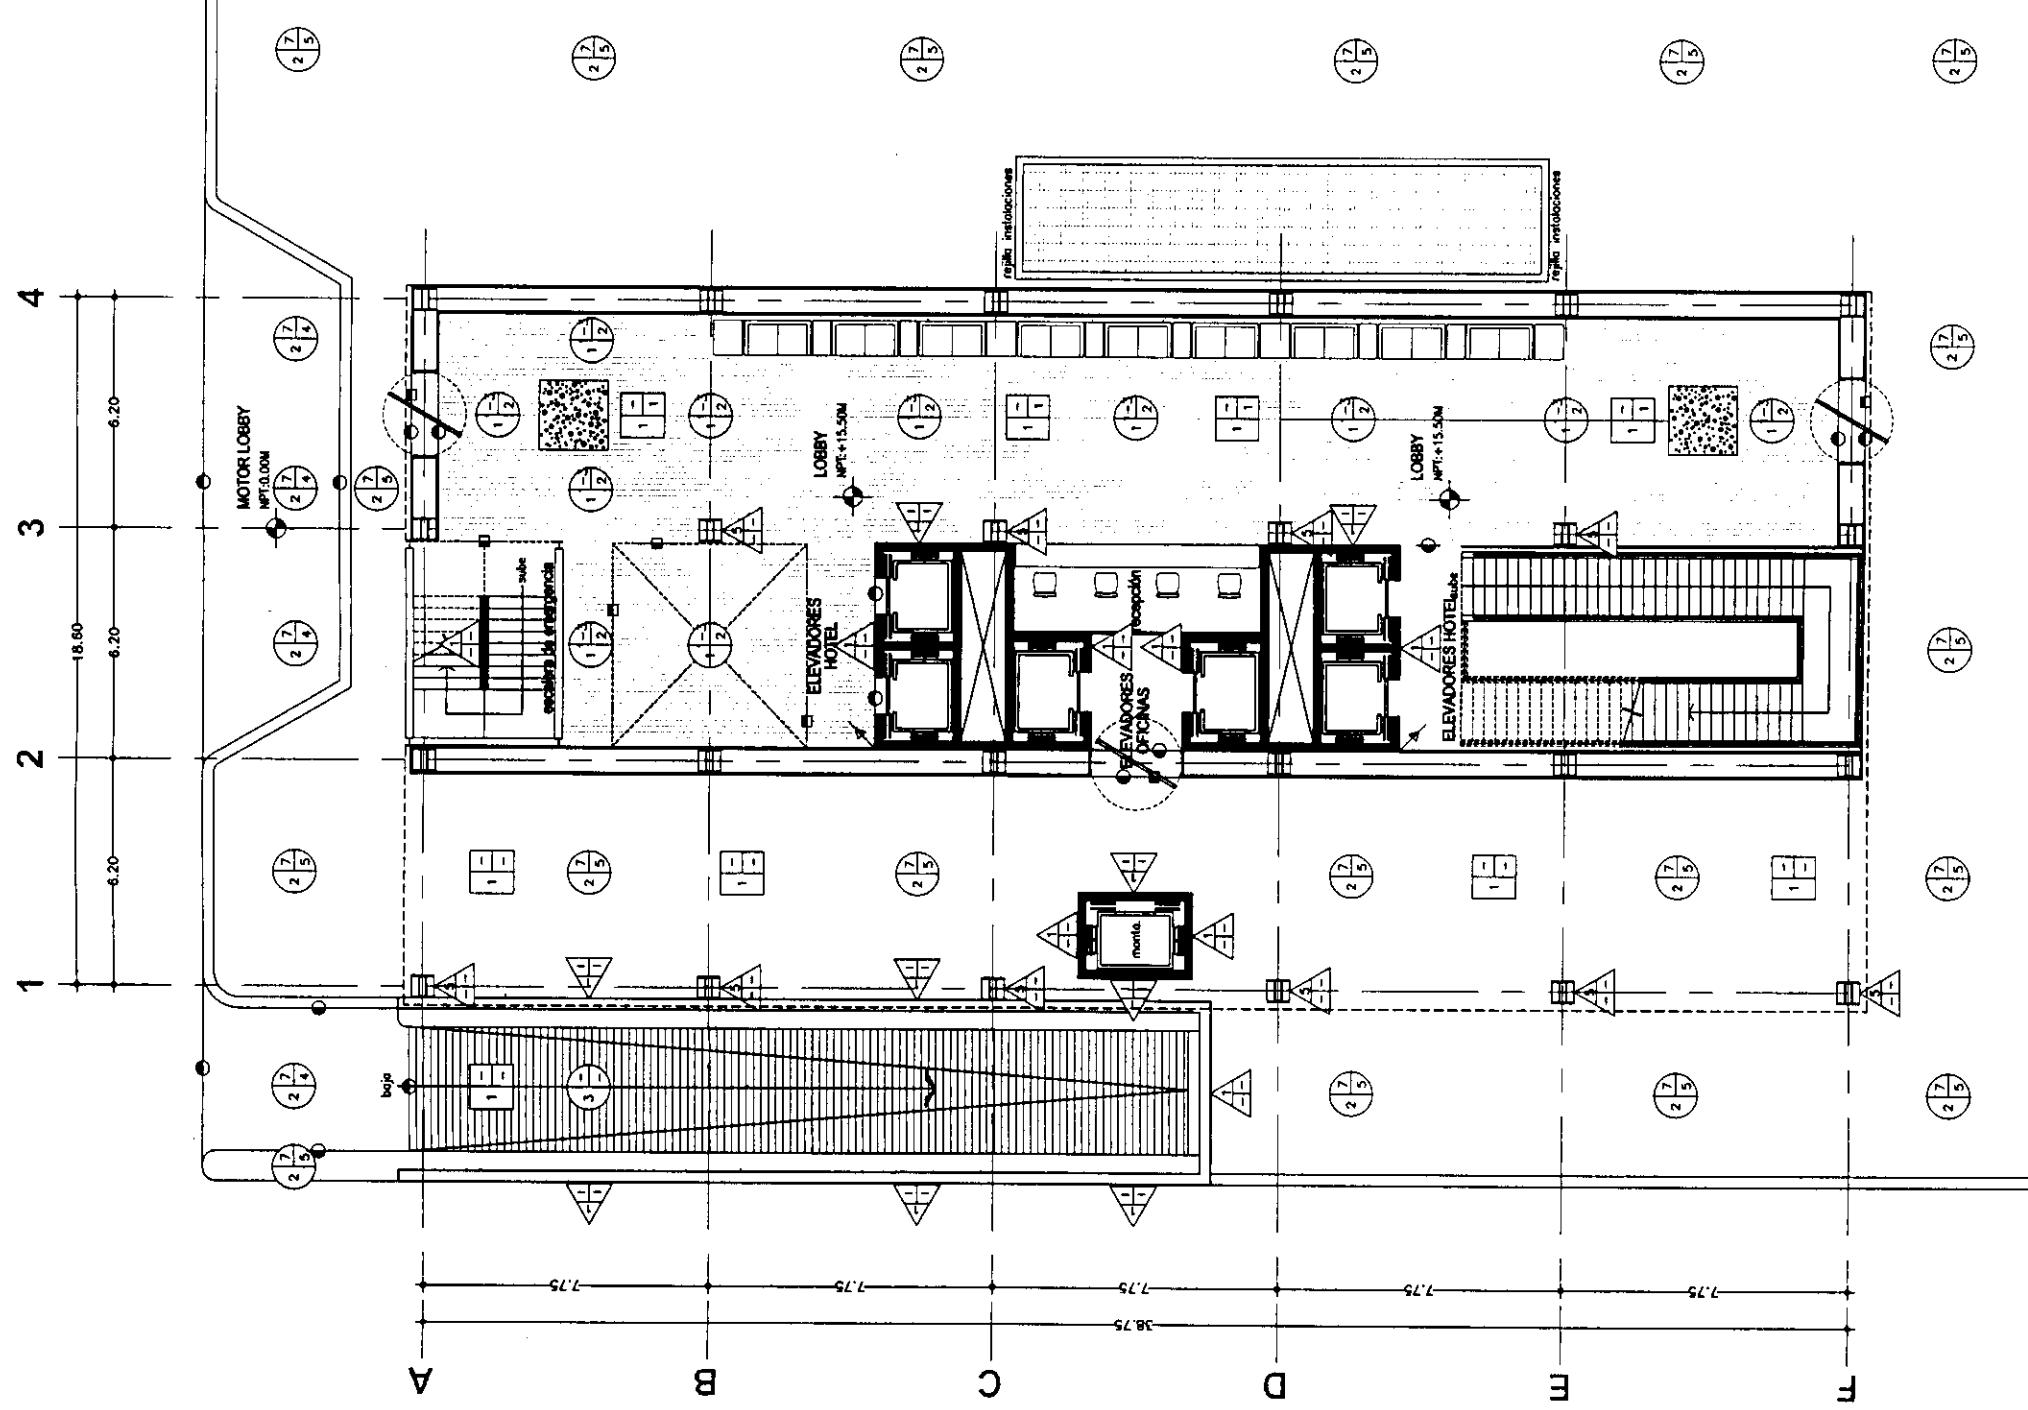


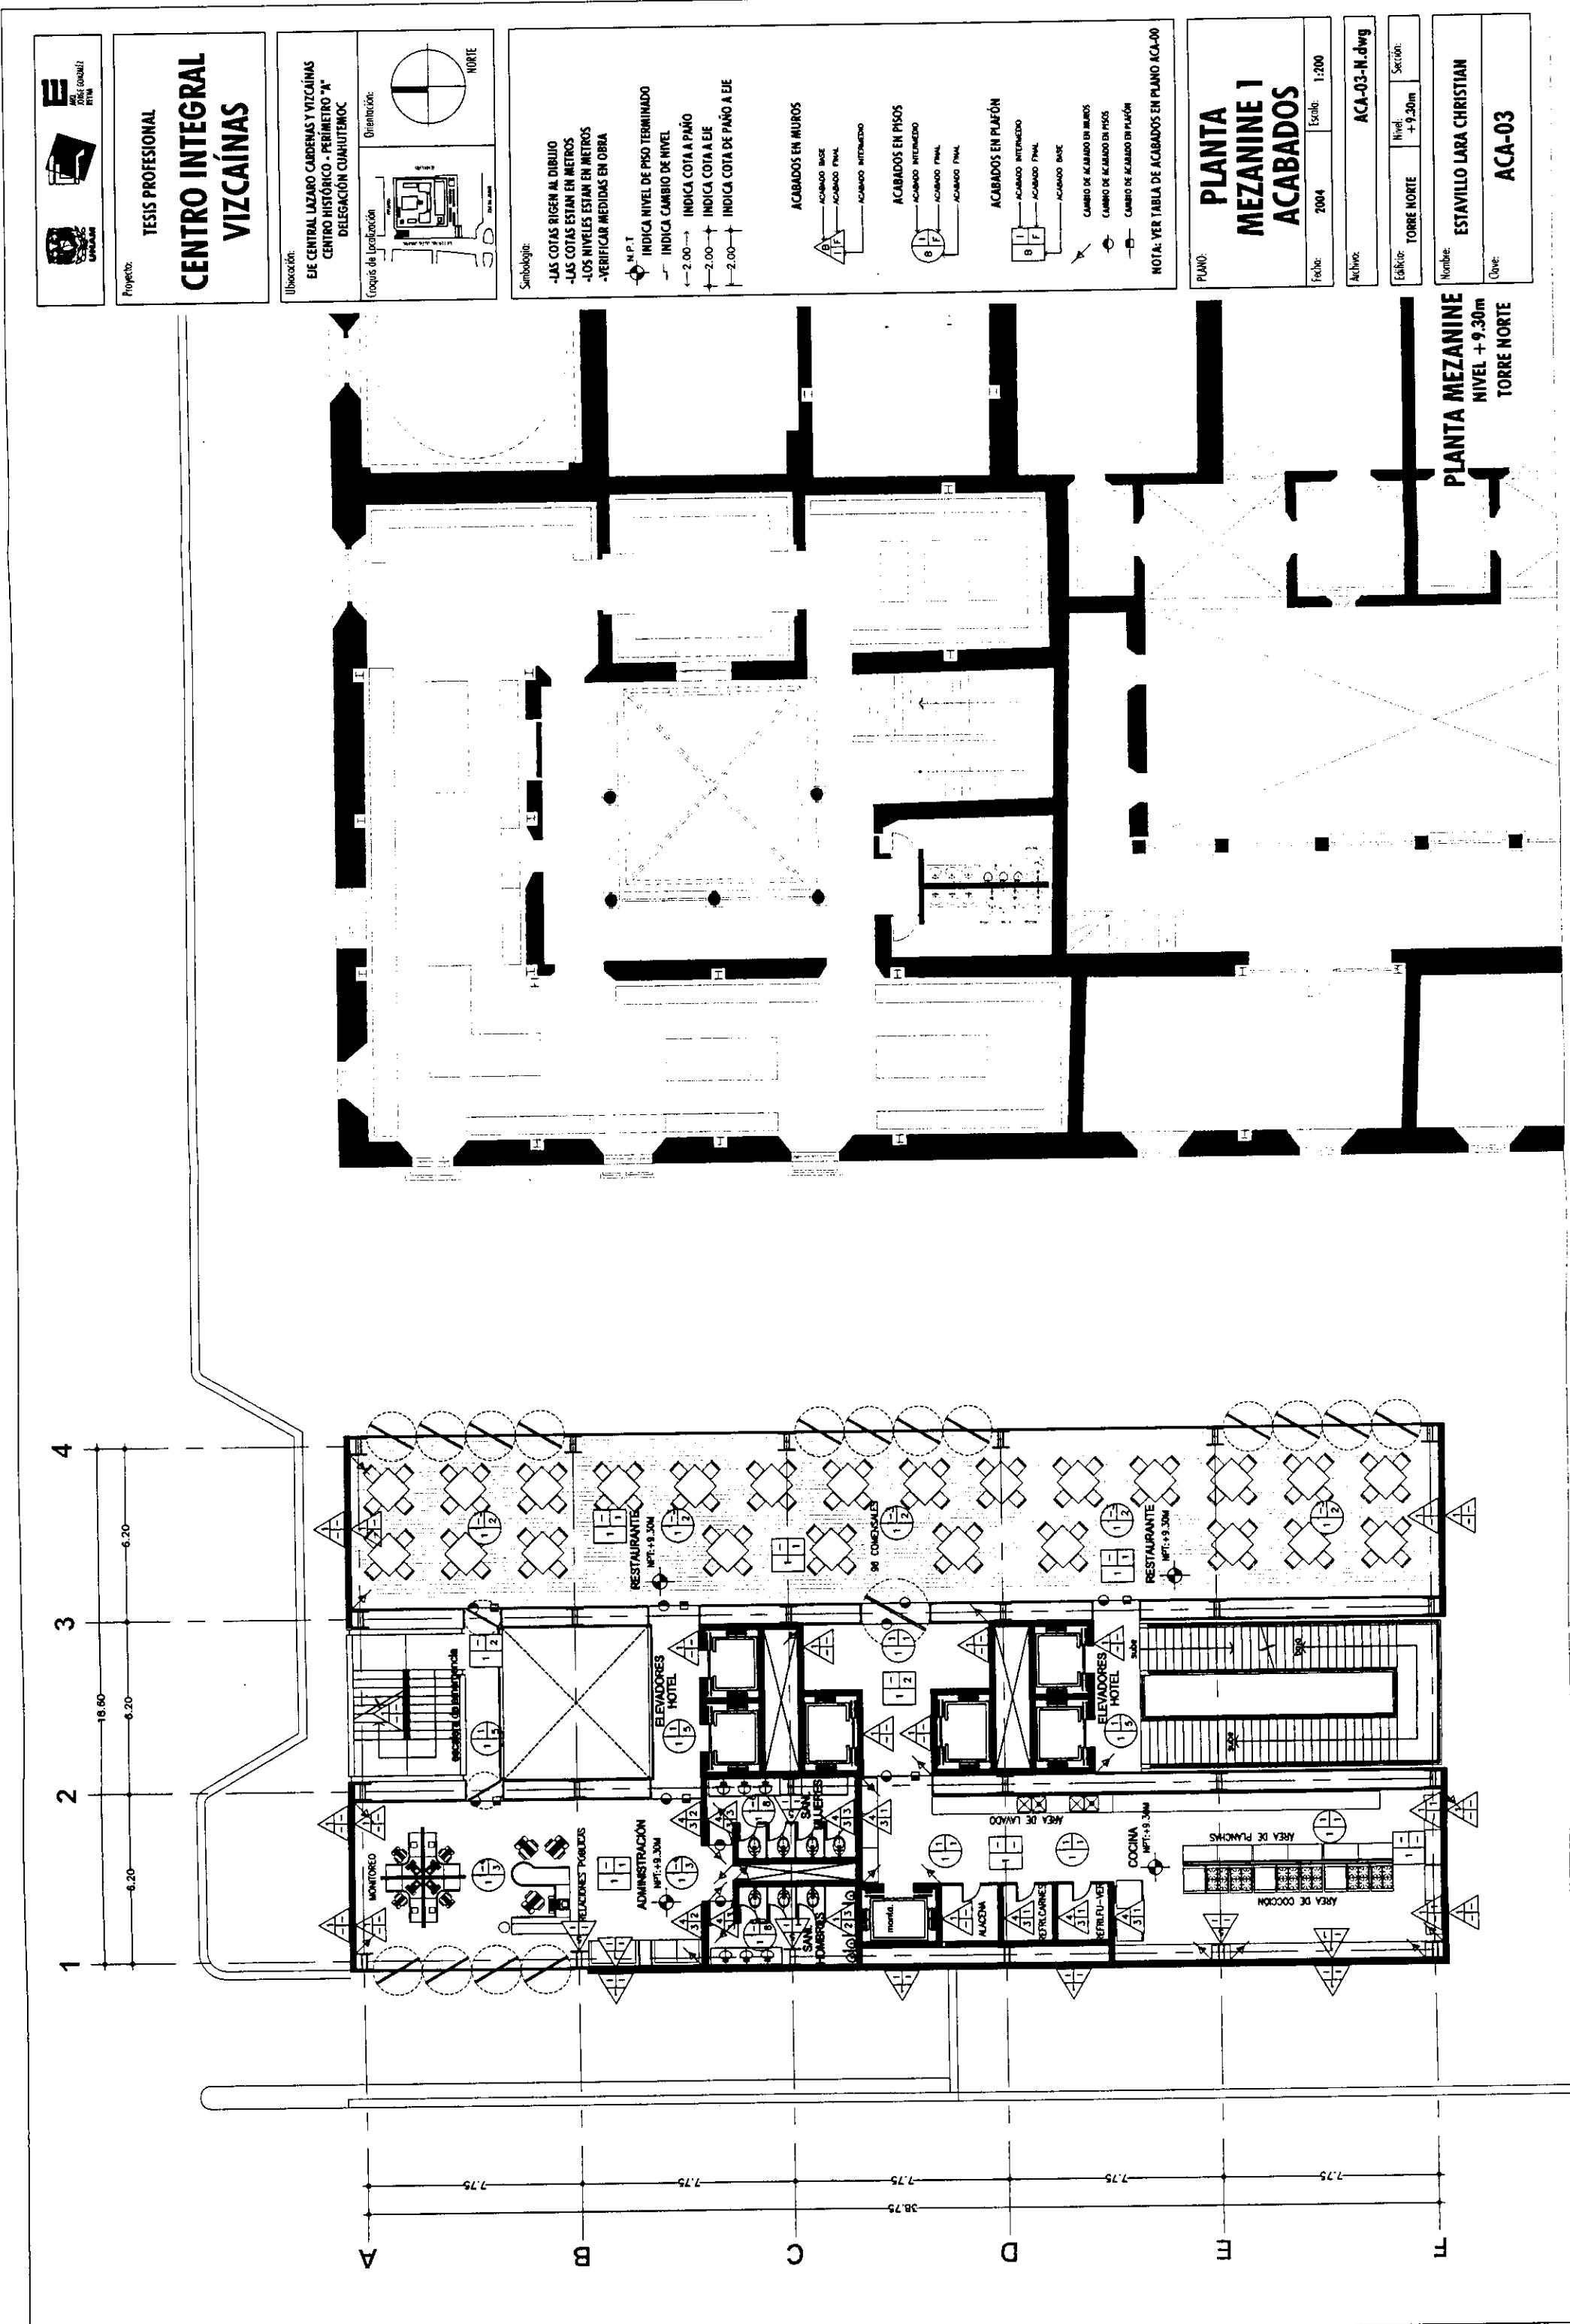



Proyecto:
TESIS PROFESIONAL
CENTRO INTEGRAL
VIZCAÍNAS

Ubicación:
EJE CENTRAL LAJARO CARDENAS Y VIZCAÍNAS
CENTRO HISTÓRICO - PERÍMETRO "A"
DELEGACIÓN CUAUHTEMOC

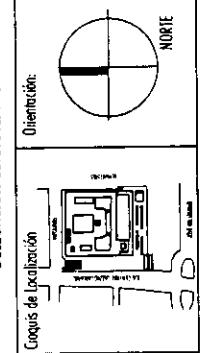


Cóigos de localización

Simbología:


- LAS COTAS RIGEN AL CIRCUITO
- LAS COTAS ESTAN EN METROS
- LOS NIVELES ESTAN EN METROS
- VERIFICAR MEDIDAS EN OBRA

N.P.T
INDICA NIVEL DE PISO TERMINADO
— INDICA CAMBIO DE NIVEL
← 2.00 → INDICA COTA A PÁNO
+2.00 → INDICA COTA A EJE
-2.00 ← INDICA COTA DE PÁNO A EJE

ACABADOS EN MUREOS

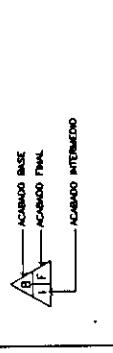

ACABADOS EN PISOS

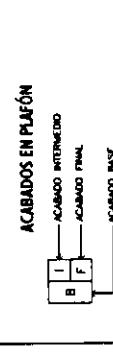

ACABADOS EN PLAFÓN



CAMINO DE ACABADO EN MUROS

CAMINO DE ACABADO EN PISOS

CAMINO DE ACABADO EN PLAFÓN

NOTA: VER TABLA DE ACABADOS EN PLANO ACA-00

Punto:
PLANTA
MEZANINE 2
ACABADOS

Fecha: 20/04 Escala: 1:200

Actividad: **ACA-04-N.dwg**


Folio: TORRE NORTE Nivel: +13.95m Sección: **ACA-04**

Nombre: ESTAVILLO LARA CHRISTIAN

Nivel: NIVEL + 13.95m

Lugar: TORRE NORTE

Clave: ACA-04

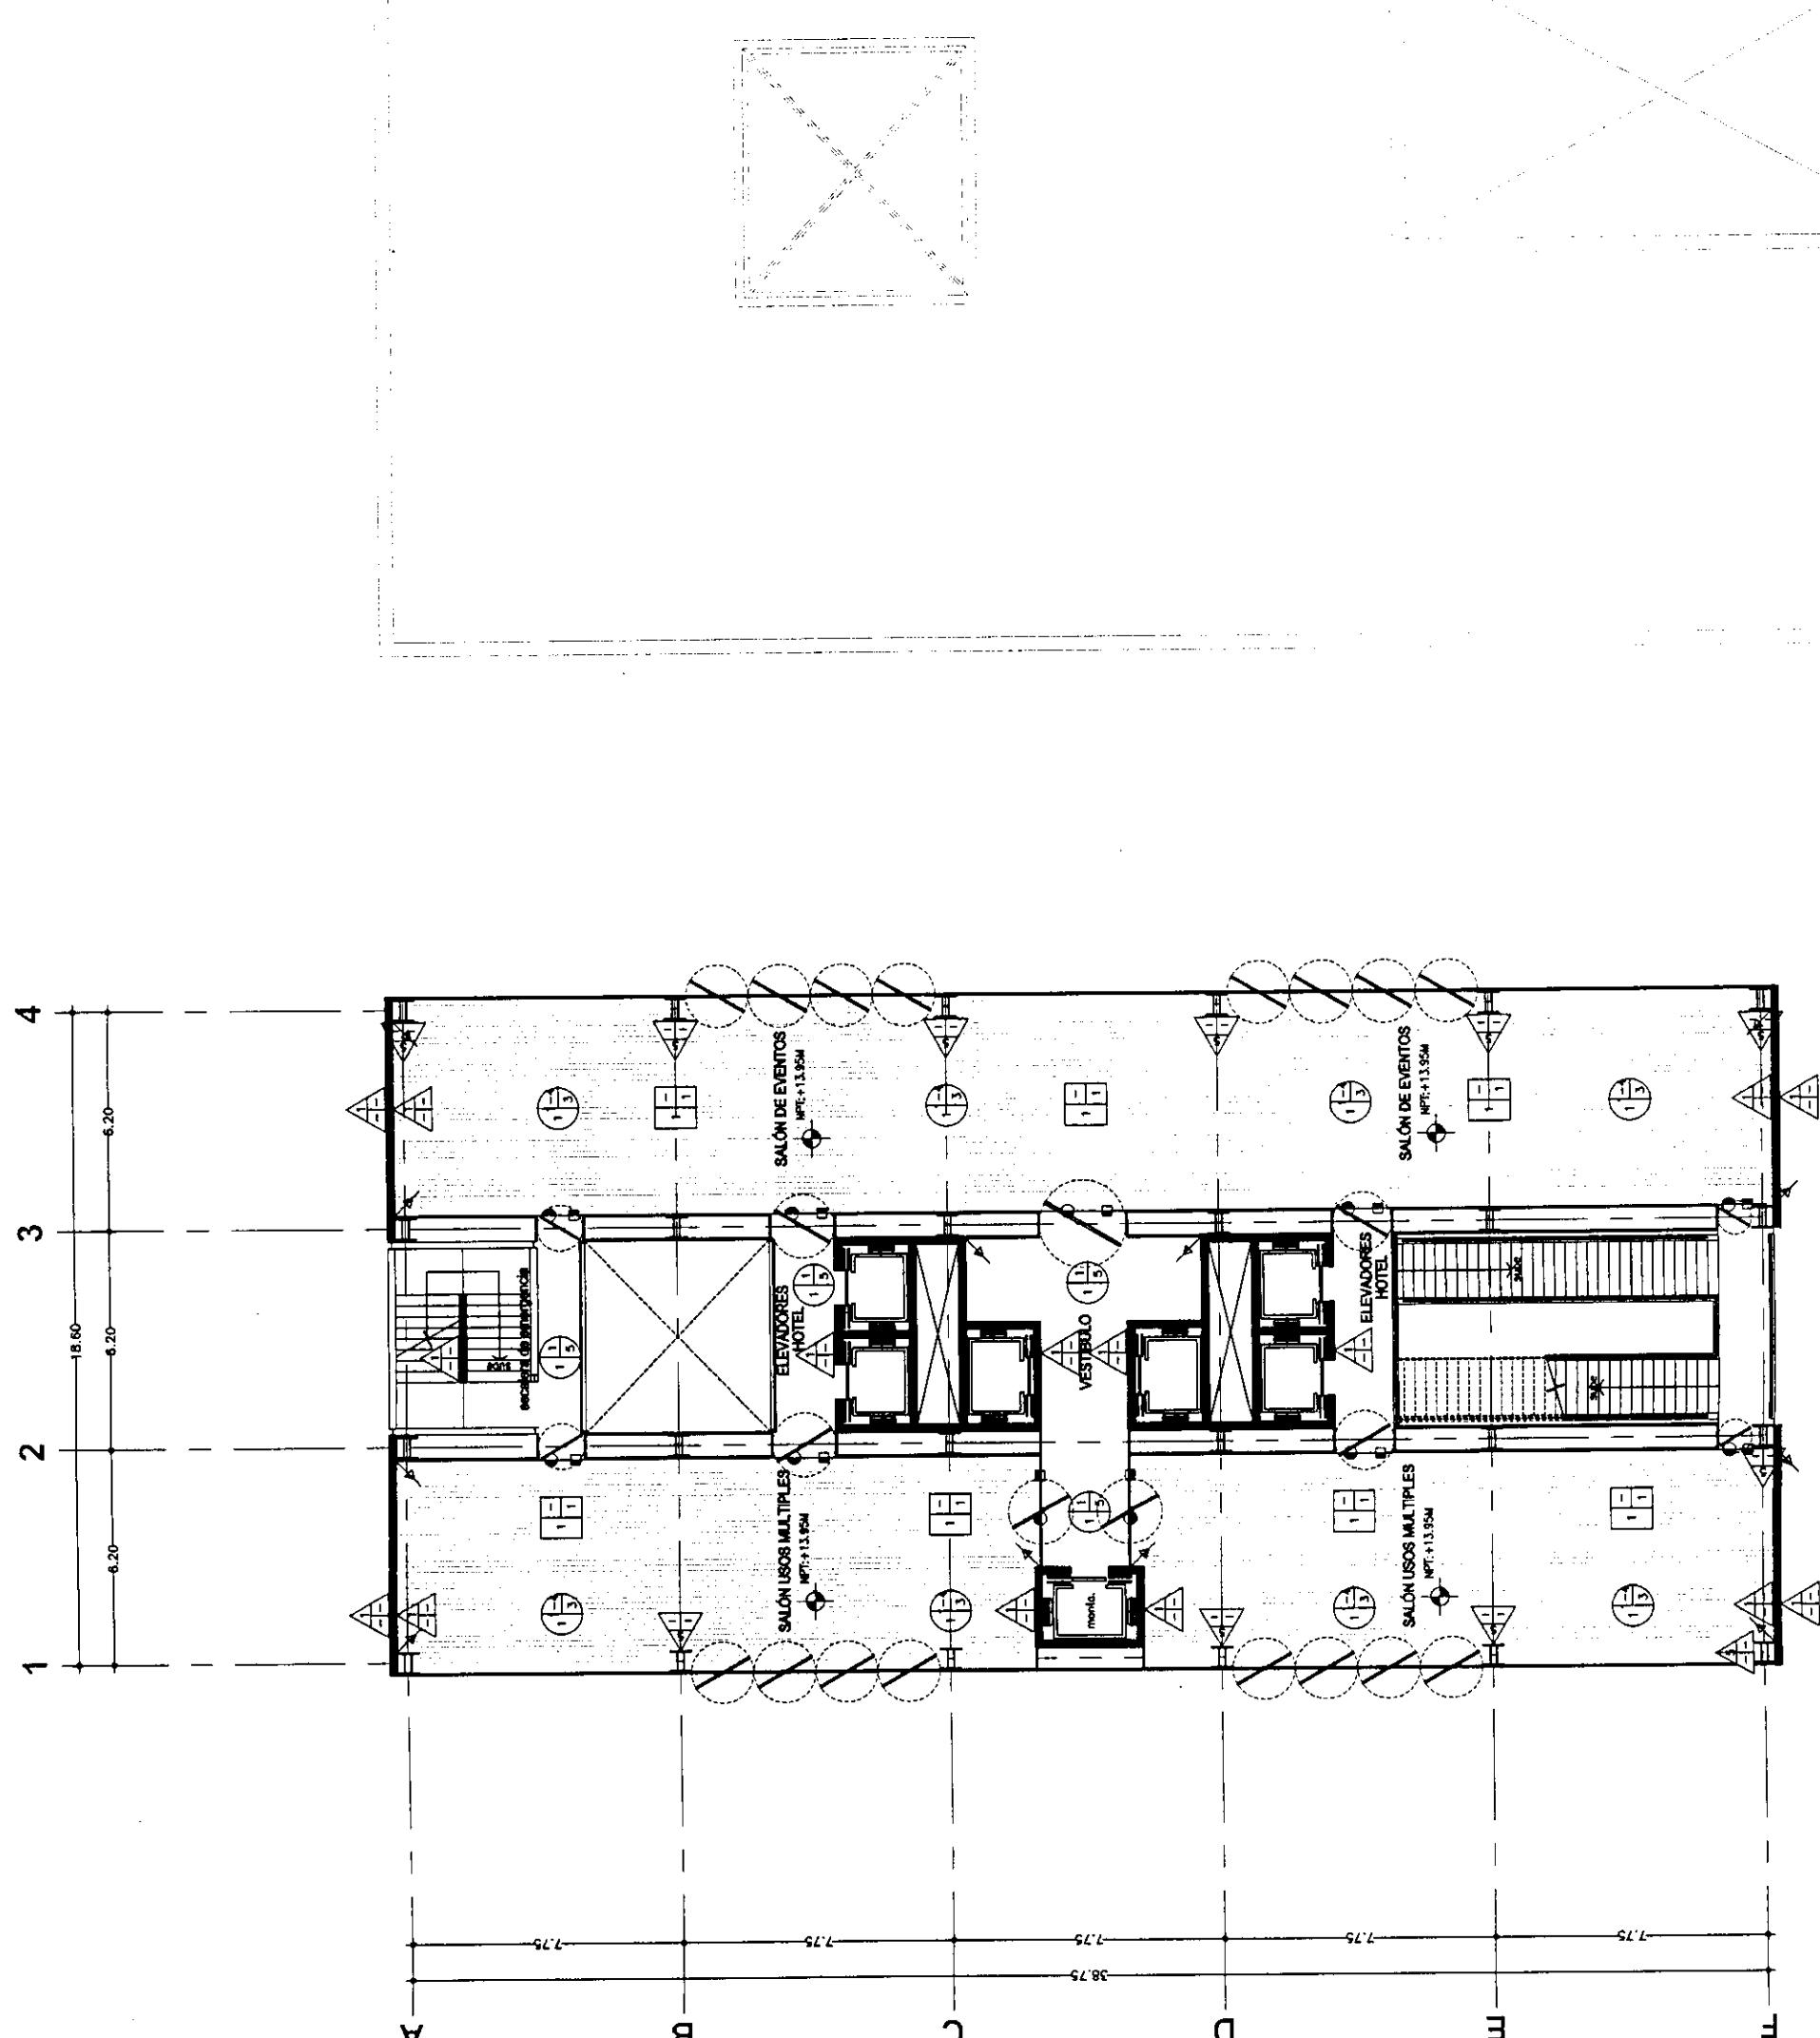



Proyecto:
TESIS PROFESIONAL
**CENTRO INTEGRAL
VIZCAÍNAS**

Ubicación:
EJE CENTRAL LAZARO CARDENAS Y VIZCAÍNAS
CENTRO HISTÓRICO, PERIMETRO "A"
DELEGACIÓN CUAUHTÉMOC

Copia de la ubicación:

Orientación:

NORTE

Norte

Símbolo:

-LAS COTAS RIGEN AL DIBUJO


-LAS COTAS ESTAN EN METROS

-LOS NIVELES ESTAN EN METROS


-VERIFICAR MEDIDAS EN OBRA

N.P.T
INDICA NIVEL DE PISO TERMINADO
INDICA CAMBIO DE NIVEL
→ 2.00 → INDICA COTA A PAÑO
← 2.00 ← INDICA COTA A EJE
← 2.00 ← INDICA COTA DE PAÑO A EJE


ACABADOS EN MUROS

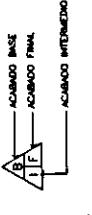

ACABADOS EN PISOS

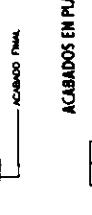

ACABADOS EN PUFÓN

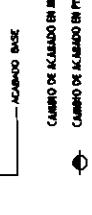

CAMBIO DE ACABADO EN MUROS
CAMBIO DE ACABADO EN PISOS
NOTA: VER TABLA DE ACABADOS EN PLANO ACA-00

PLANO
**MEZANINE 3
ACABADOS**

Fecha: 2004 Escala: 1:200


Archivo: ACA-05-N.dwg

Edificio: TORRE NORTE Nivel: + 8.60m Sección:

Nombre: ESTAVILLO LARA CHRISTIAN Clave: ACA-05

**PLANTA MEZANINE
NIVEL + 18.60m**

Torre Norte

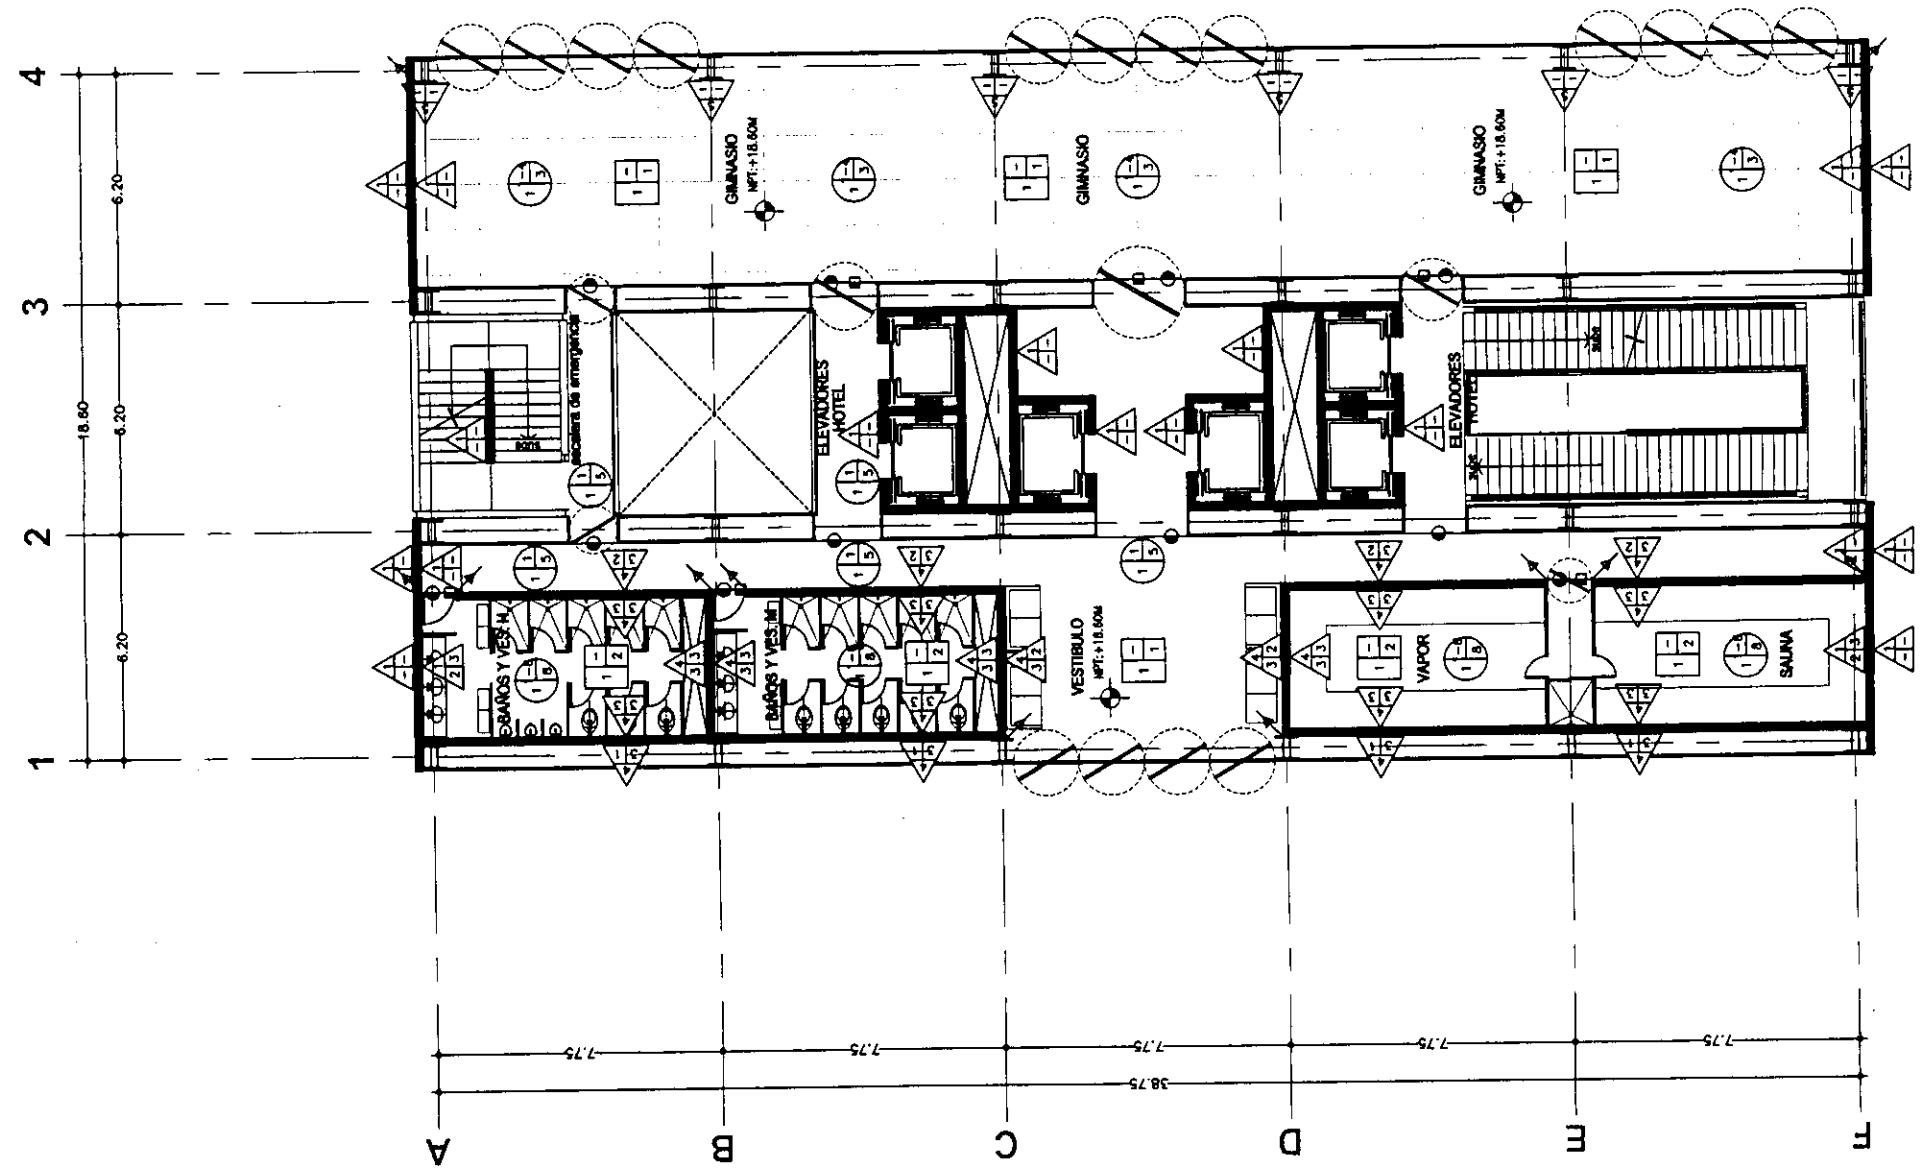




TESIS PROFESIONAL
CENTRO INTEGRAL VIZCAÍNAS

Proyecto:

CENTRO HISTÓRICO


DELEGACIÓN CDMX

Ubicación:
EJE CENTRAL LAZARO CARDENAS Y VIZCAÍNAS
CENTRO HISTÓRICO - PERÍMETRO "A"
DELEGACIÓN CDMX

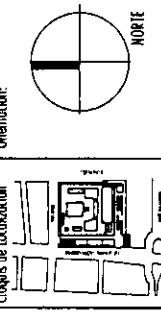

Cronos de Localización


Orientación:

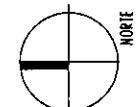

Símbolo:
- LAS COTAS RIGEN AL DIBUJO
- LAS COTAS ESTAN EN METROS
- LOS NIVELES ESTAN EN METROS
- VERIFICAR MEDIDAS EN OBRA

N.P.T
 INDICA NIVEL DE PISO TERMINADO
 INDICA CAMBIO DE NIVEL
 → INDICA COTA A PÁNO
 ← 2.00 → INDICA COTA A EJE
 ← 2.00 → INDICA COTA DE PÁNO A EJE


ACABADOS EN MUROS

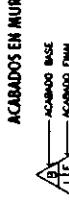

ACABADO BASE




ACABADO INTERMEDIO

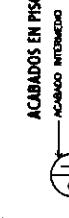

ACABADO FINAL




ACABADOS EN PISOS

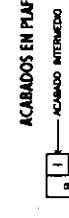

CAMBIO DE ACABADO EN MUROS



CAMBIO DE ACABADO EN PISOS

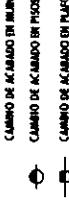

NOTA: VER TABLA DE ACABADOS EN PLANO ACA-00



PLANTA
OFICINAS TIPO ACABADOS

Edificio: 2004 Escala: 1:200

Autor: ACA-06-N.dwg

Edificio: TORRE NORTE Nivel: VARIOS Sección:

Nombre: ESTAVILLO LARA CHRISTIAN Clave: ACA-06

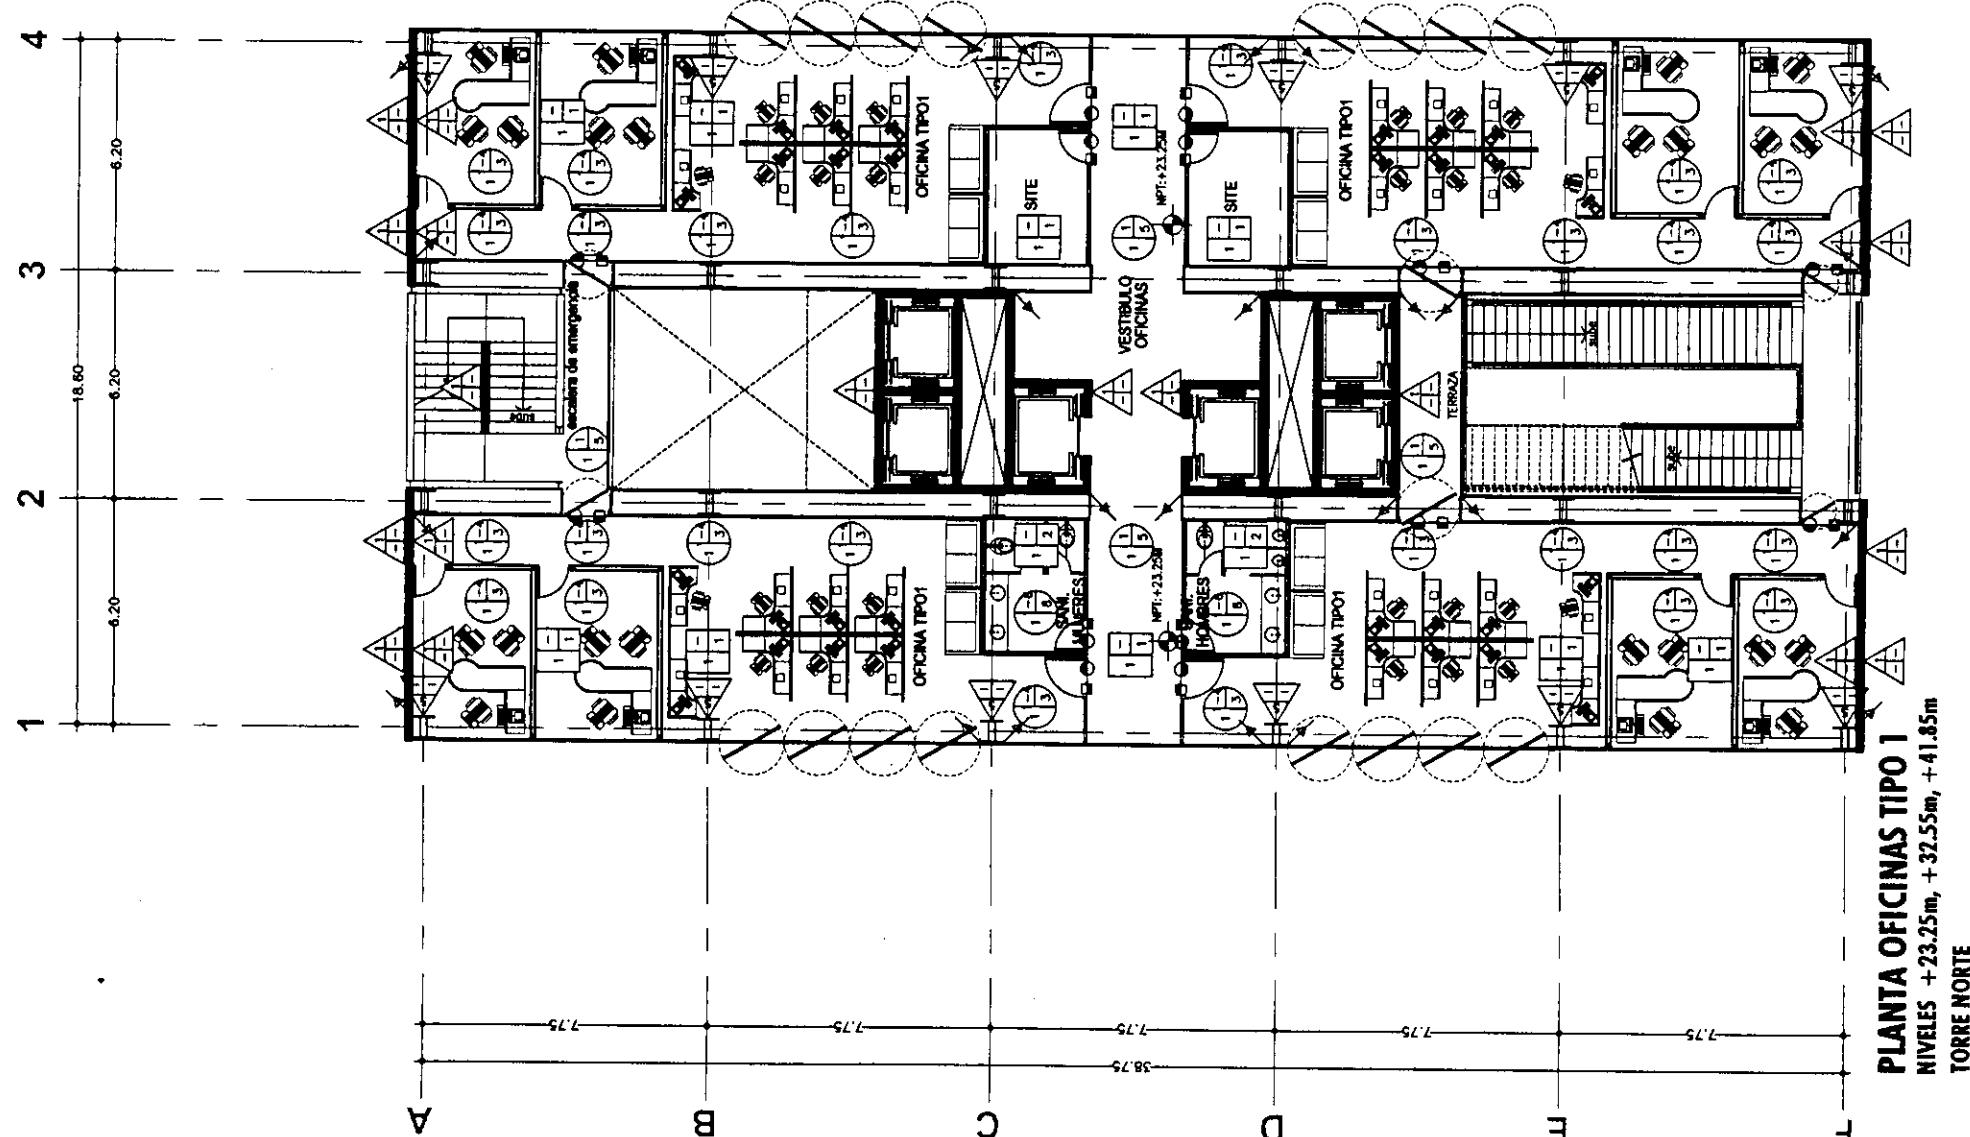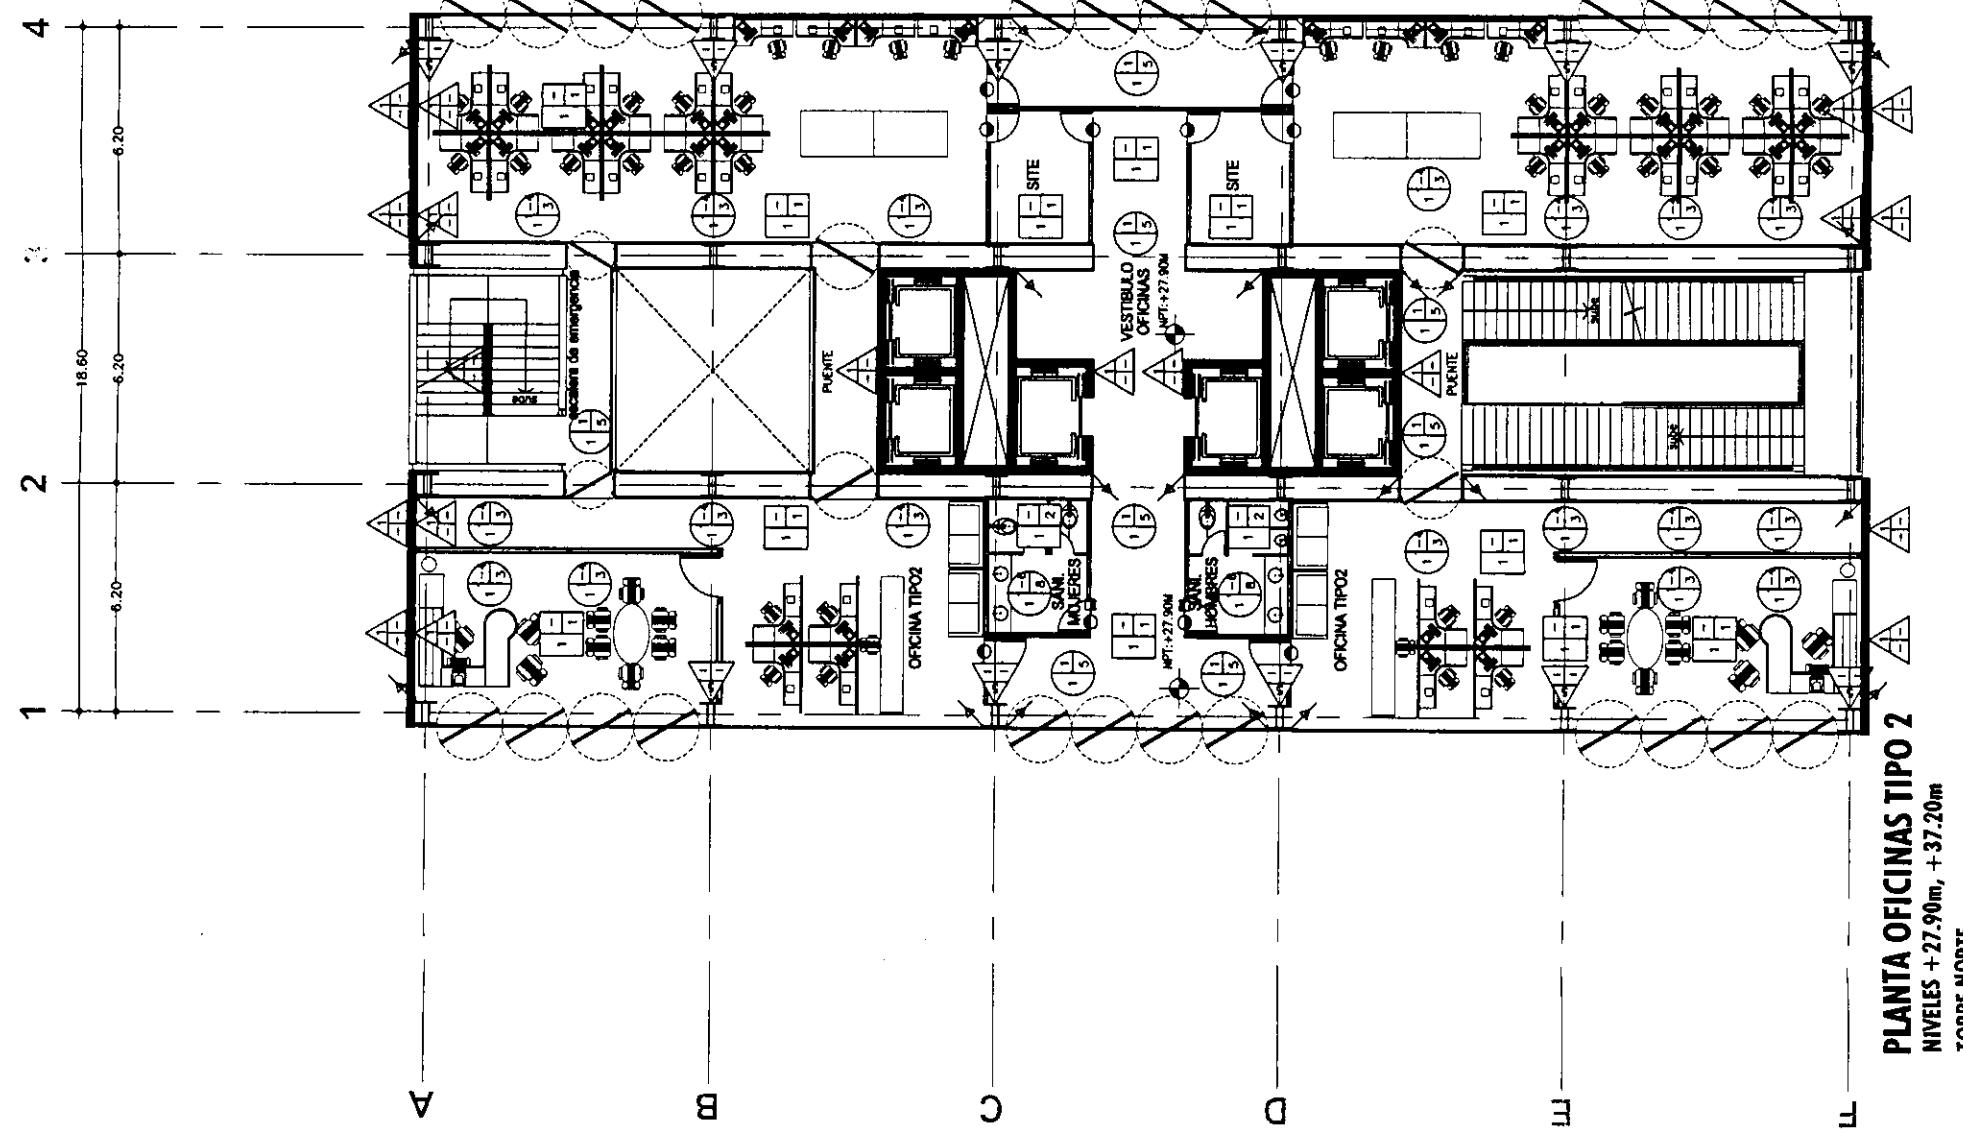



TESIS PROFESIONAL
**CENTRO INTEGRAL
VIZCAÍNAS**

Proyecto:

Ubicación:
EJE CENTRAL LAZARO CARDENAS Y VIZCAÍNAS
CENTRO HISTÓRICO - PERIMETRO "A"
DELEGACIÓN CUAUHTEMOC

Logo de la ubicación

Orientación:

Simbología:
-LAS COTAS RIGEN AL DIBUJO
-LAS COTAS ESTAN EN METROS
-LOS NIVELES ESTAN EN METROS
-VERIFICAR MEDIDAS EN OBRA

N.P.T.

INDICA NIVEL DE PISO TERMINADO
— INDICA CAMBIO DE NIVEL
← 2.00 → INDICA COTA A PAÑO
+ 2.00 + INDICA COTA A EJE
↓ 2.00 ↓ INDICA COTA DE PAÑO A EJE

ACABADOS EN MUROS

ACABADOS EN PIOS

ACABADOS EN PLAFÓN

CAMINO DE ACABADO EN MUROS
CAMINO DE ACABADO EN PIOS
CAMINO DE ACABADO EN PLAFÓN

NOTA: VER TABLA DE ACABADOS EN PLANO A.CA-00


**PLANTA
TERRAZA
ACABADOS**

Fecha: 2004 Escala: 1:200

Archivo: ACA-07-N.dwg

Edificio: TORRE NORTE Nivel: VARIOS Sección:

Nombre: ESTAVILLO LARA CHRISTIAN Clave: ACA-07

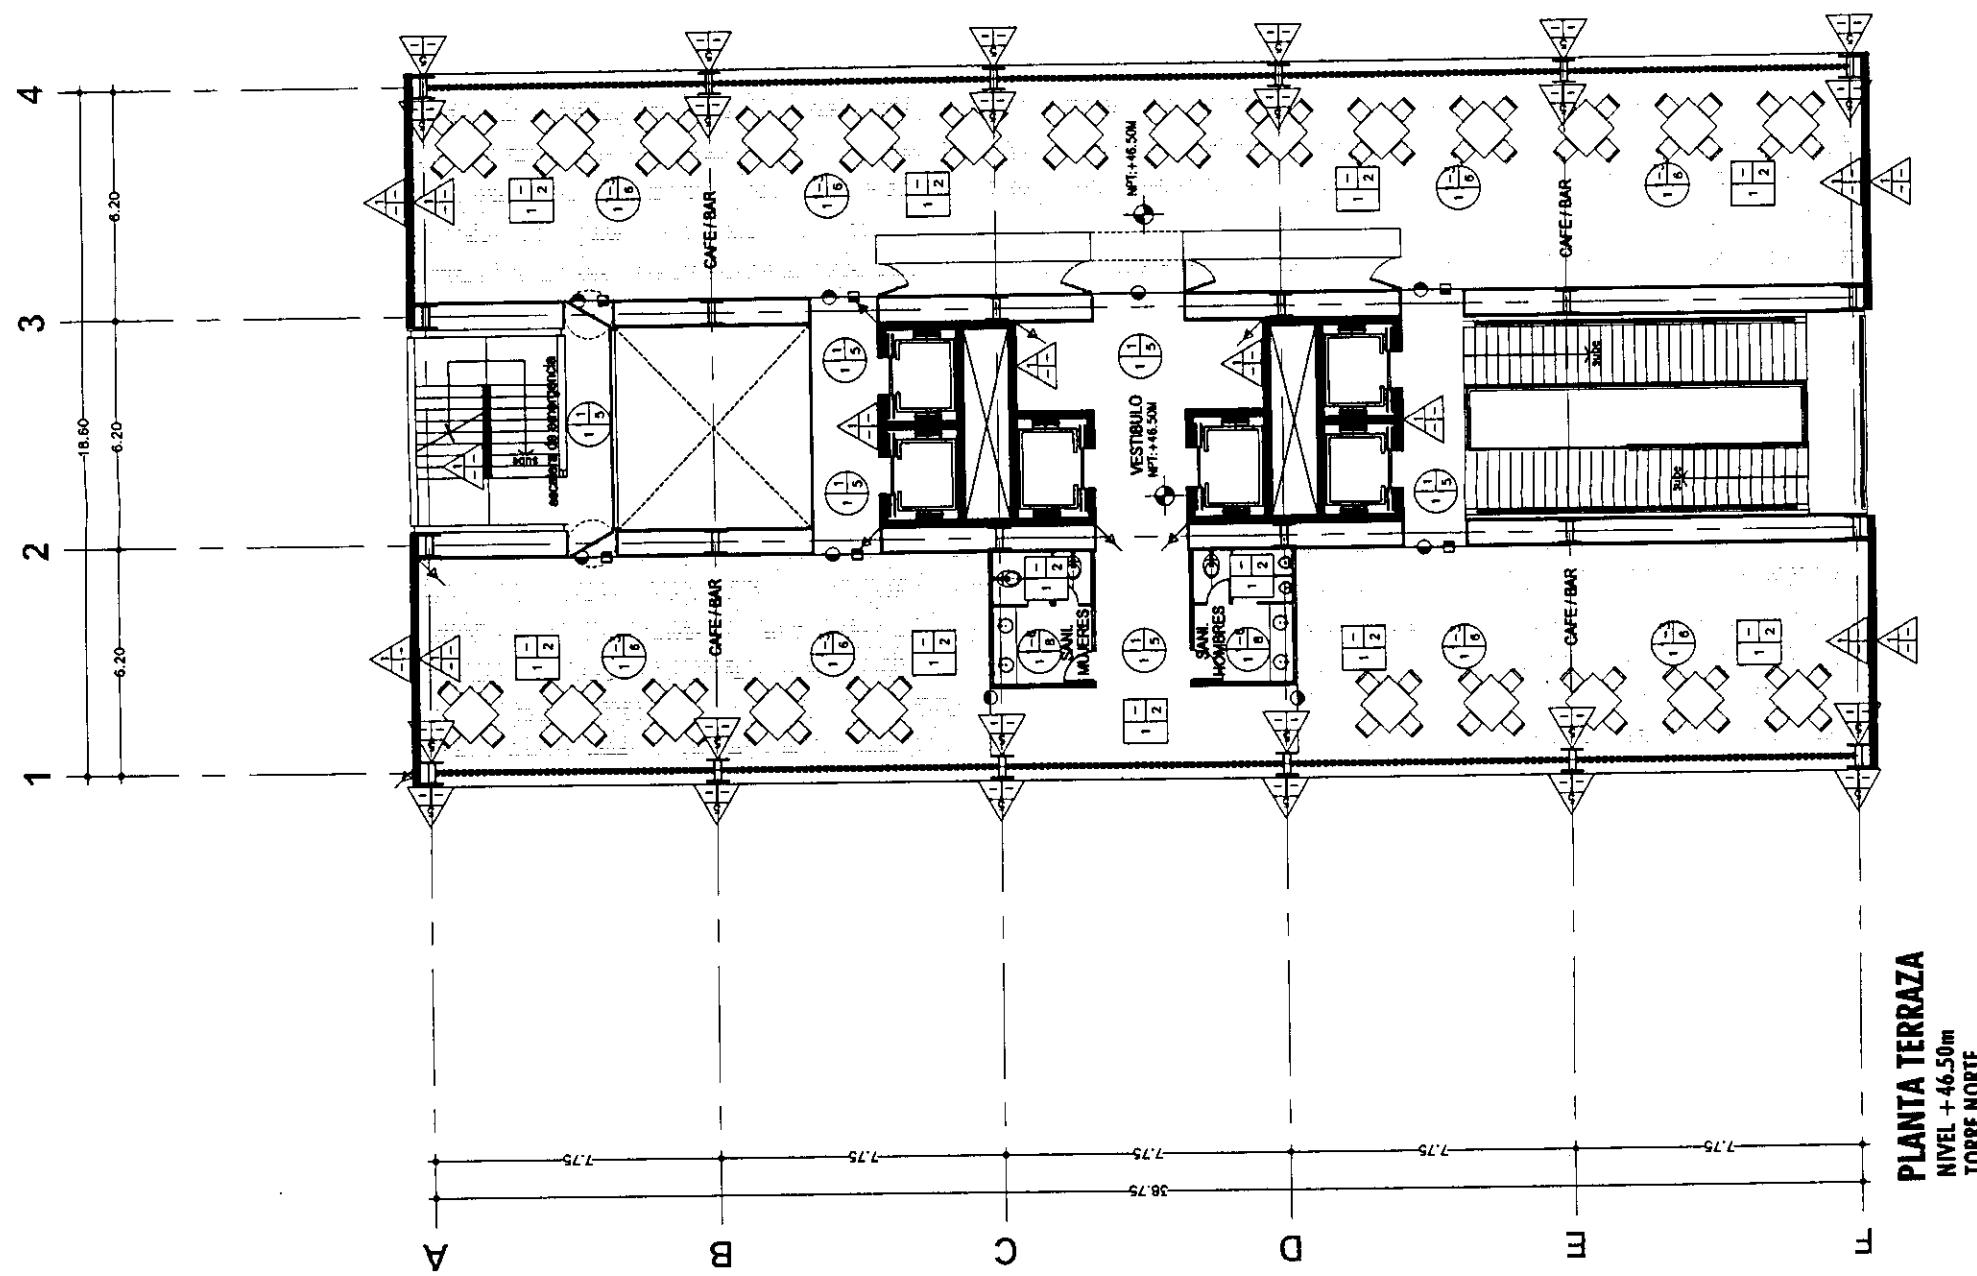

PLANTA TERRAZA
NIVEL +46.50m
TORRE NORTE



**CENTRO INTEGRAL
VIZCAÍNAS**

TESIS PROFESIONAL

Proyecto:

EE CENTRAL LAZARO CARDENAS Y VIZCAÍNAS
CENTRO HISTÓRICO - PERÍMETRO "A"
DELEGACIÓN CUAUHTÉMOC

Ubicación:
Cruzis de Localización
Orientation:

Símbolo:
-LAS COTAS RIGEN AL DIBUJO
-LAS COTAS ESTAN EN METROS
-VERIFICAR MEDIDAS EN OBRA
N.P.T.
INDICA NIVEL DE PISO TERMINADO
INDICA CAMBIO DE NIVEL
→ INDICA COTA A PÁNO
←-2.00 → INDICA COTA A EJE
←-2.00 → INDICA COTA DE PÁNO A EJE
←-2.00 → INDICA COTA DE PÁNO A EJE

ACABADOS EN MUROS
B F
ACABADO BASE
ACABADO INTERIOR
ACABADO FINAL

ACABADOS EN PISOS
B F
ACABADO INTERIOR
ACABADO FINAL


ACABADOS EN PLAFÓN
B F
ACABADO INTERIOR
ACABADO FINAL

CAMBIO DE ACABADO EN MUROS
CAMBIO DE ACABADO EN PISOS
CAMBIO DE ACABADO EN PLAFÓN
NOTA: VER TABLA DE ACABADOS EN PLANO AJO


**PLANTA
HABITACIONES
ACABADOS**

PLANO: 2004 Escala: 1:200
Archivo: ACA-08-N.dwg
Editor: TORRE NORTE Nivel: VARIOS Sección:

Nombre: ESTAVILLO LARA CHRISTIAN
Clave: ACA-08

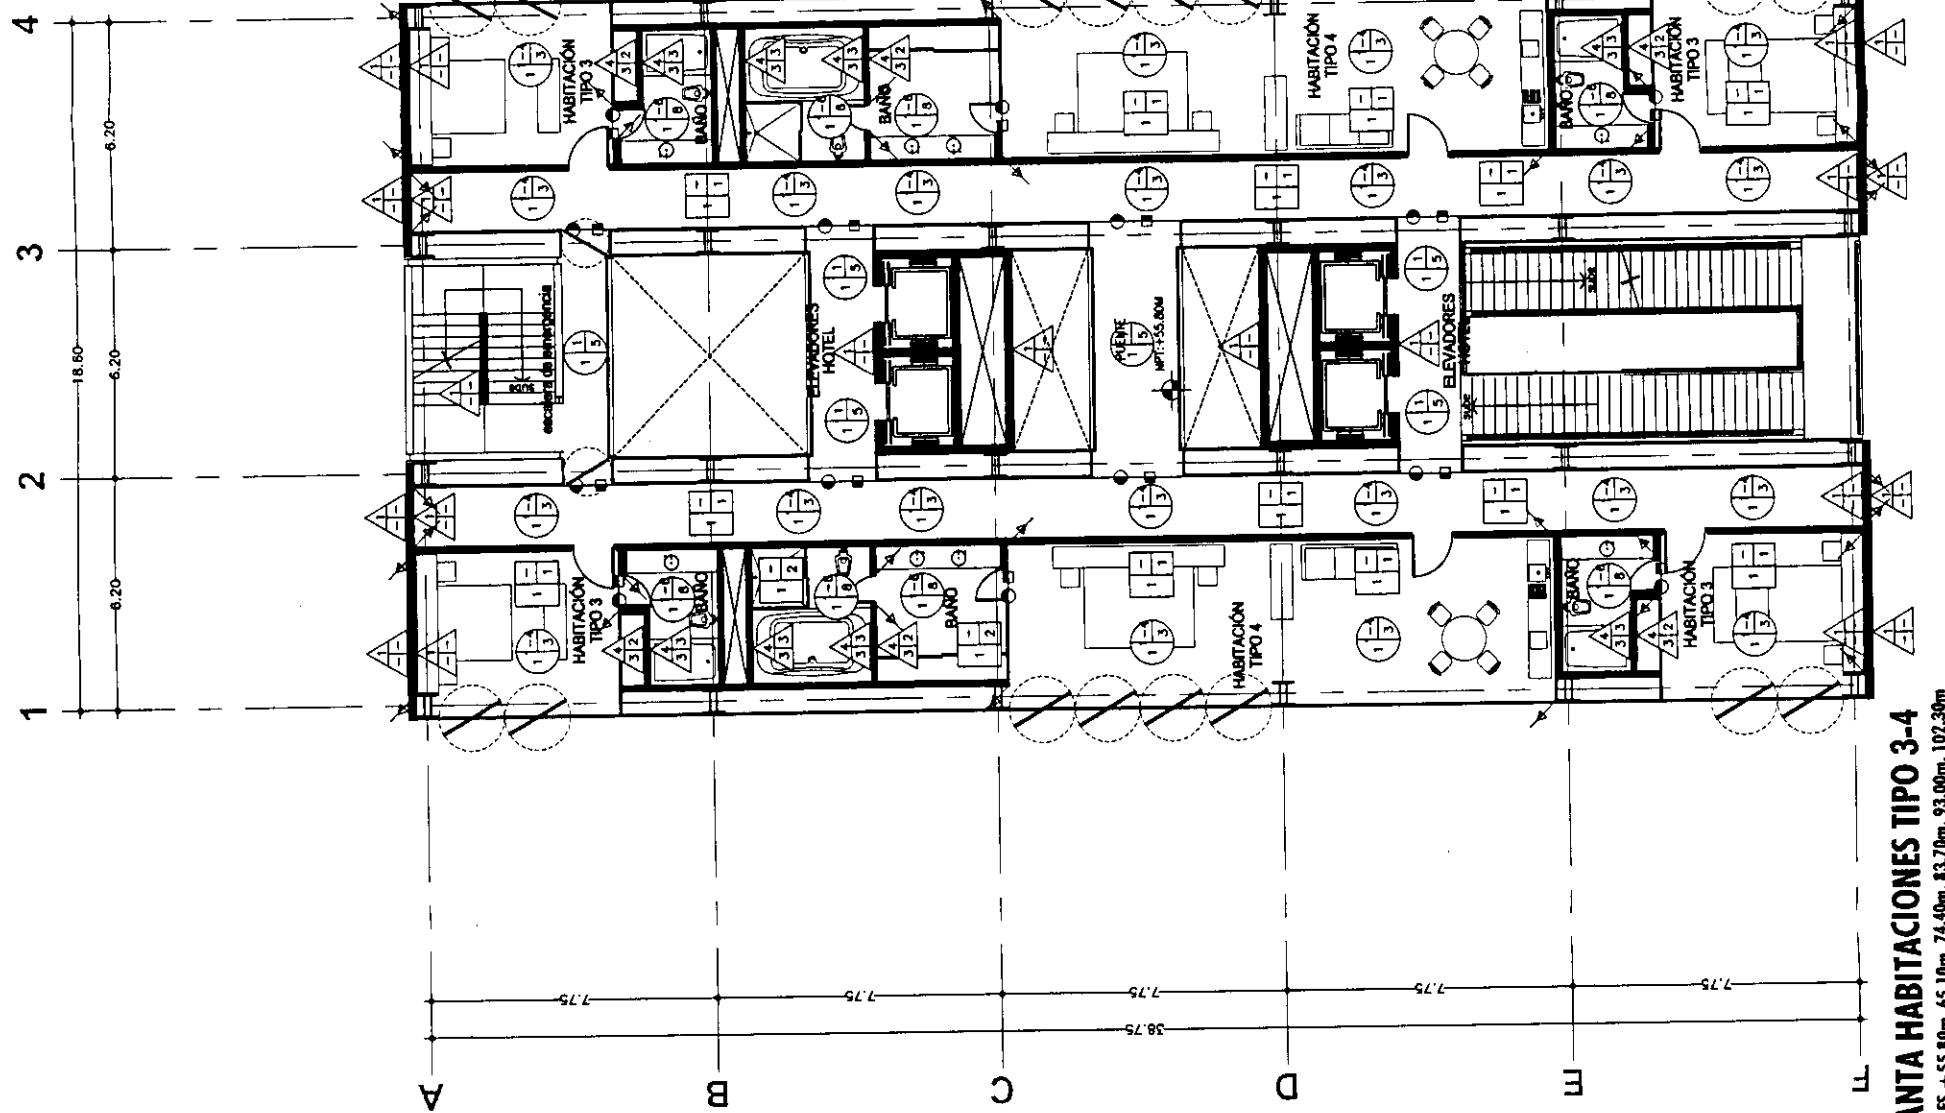

PLANTA HABITACIONES TIPO 3-4
NIVELES +55.30m, 65.10m, 74.40m, 83.70m, 93.00m, 102.30m
TORRE NORTE

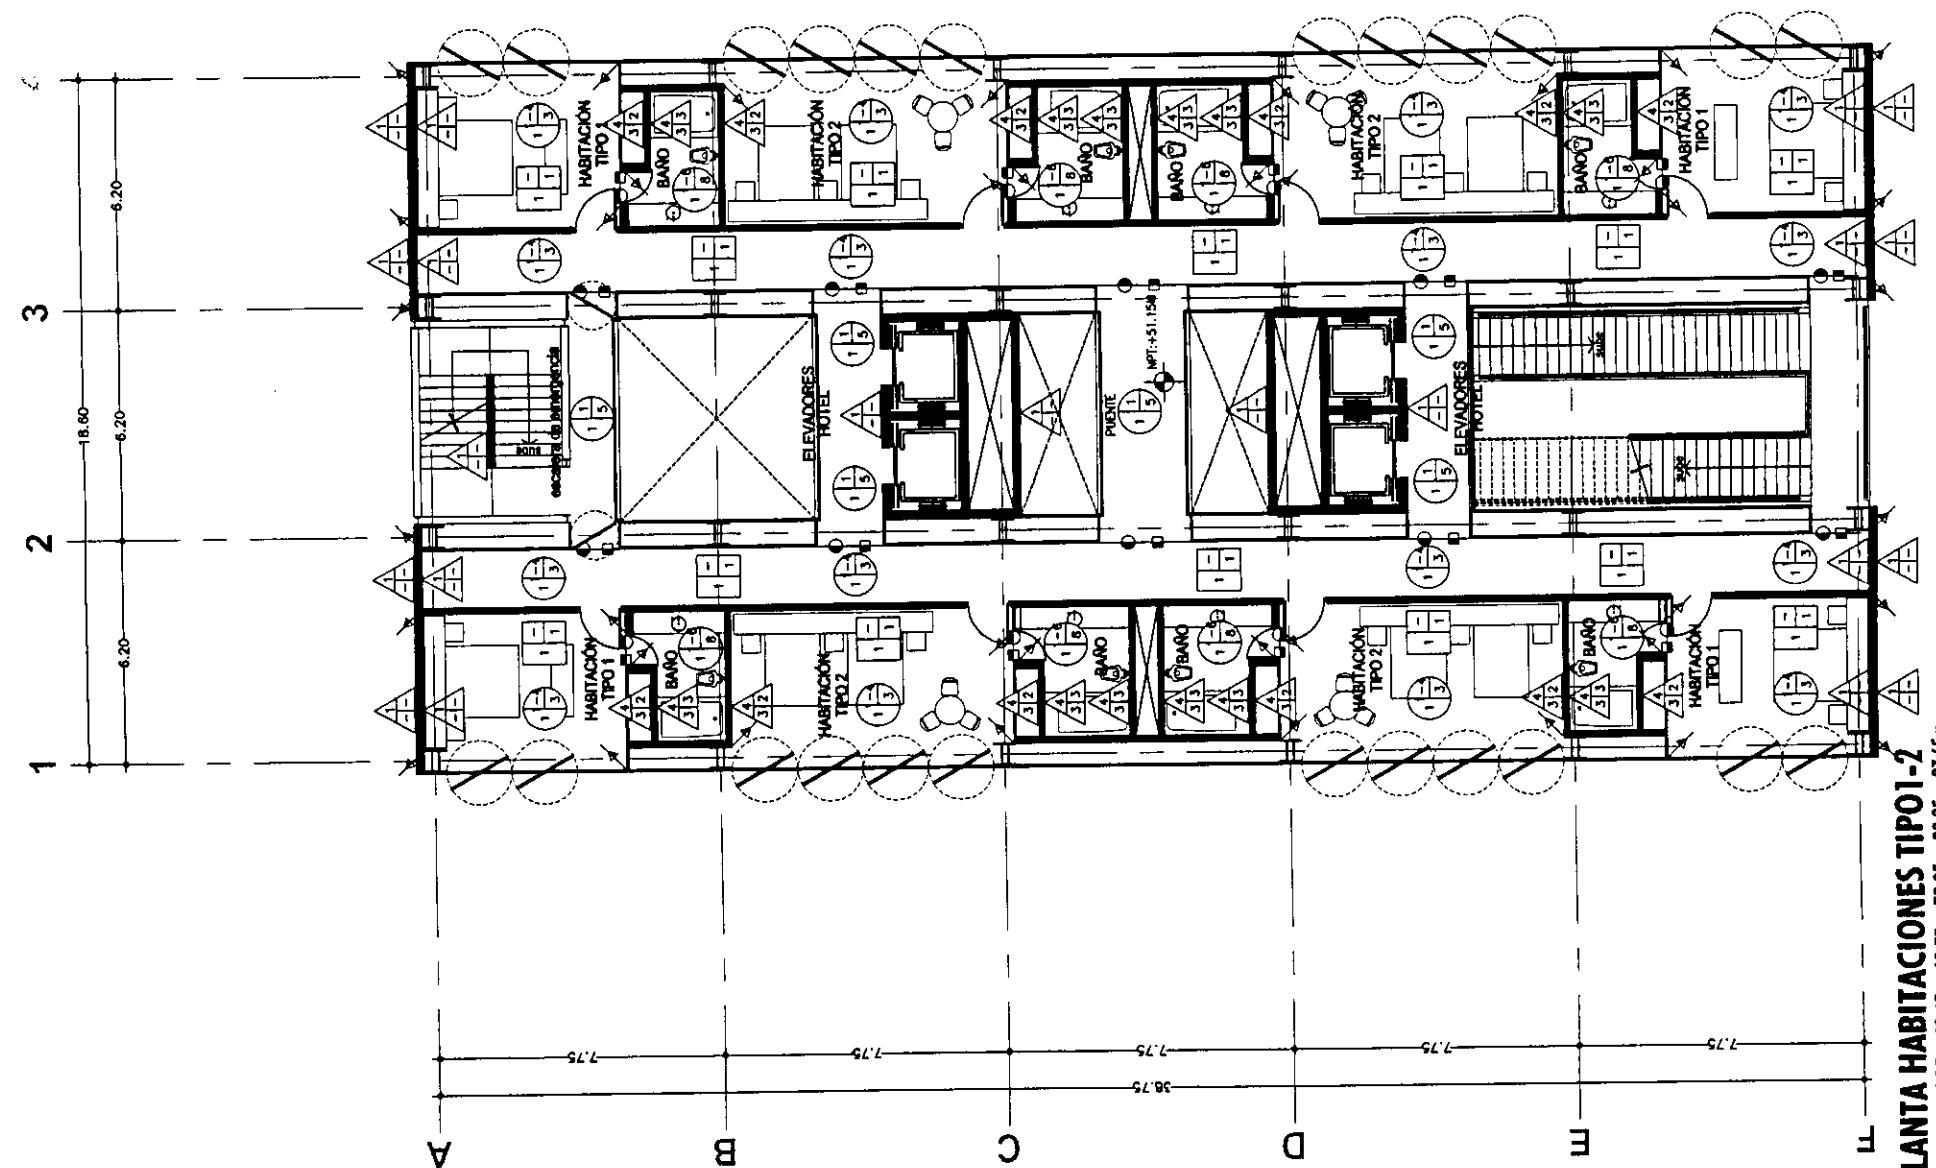


PLANTA HABITACIONES TIPO1-2
NIVELES +51.15m, 60.45m, 69.75m, 79.05m, 88.35m, 97.55m
TORRE NORTE



TESIS PROFESIONAL
**CENTRO INTEGRAL
VIZCAÍNAS**

Proyecto:

DE CENTRAL LAZARO CARDENAS Y VIZCAÍNAS
CENTRO HISTÓRICO - PERIMETRO "A"
DELEGACIÓN CUAUHTÉMOC

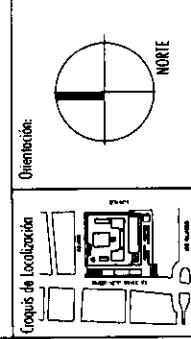

Simbología:
-LAS COTAS RIGEN AL DIBUJO
-LAS COTAS ESTAN EN METROS
-LOS NIVELES ESTAN EN METROS
-VERIFICAR MEDIDAS EN OBRA
N.P.T.
INDICA NIVEL DE PISO TERMINADO
— INDICA CAMBIO DE NIVEL
→ 2.00 → INDICA COTA A PAÑO
↑ 2.00 ↑ INDICA COTA A EJE
↓ 2.00 ↓ INDICA COTA DE PAÑO A EJE


ACABADOS EN MUROS



ACABADOS EN PISOS



ACABADOS EN PLAFÓN

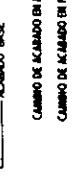

NOTA: VER TABLA DE ACABADOS EN PLANO ACA-00


**PLANTA
DE AZOTEA
ACABADOS**

Fecha: 2004 | Escala: 1:200

Archivo: ACA-09-N.dwg

Teléf. o: TORRE NORTE | Nivel: 106.95 | Sección:

Nombre: ESTAVILLO LARA CHRISTIAN | Cote: ACA-09

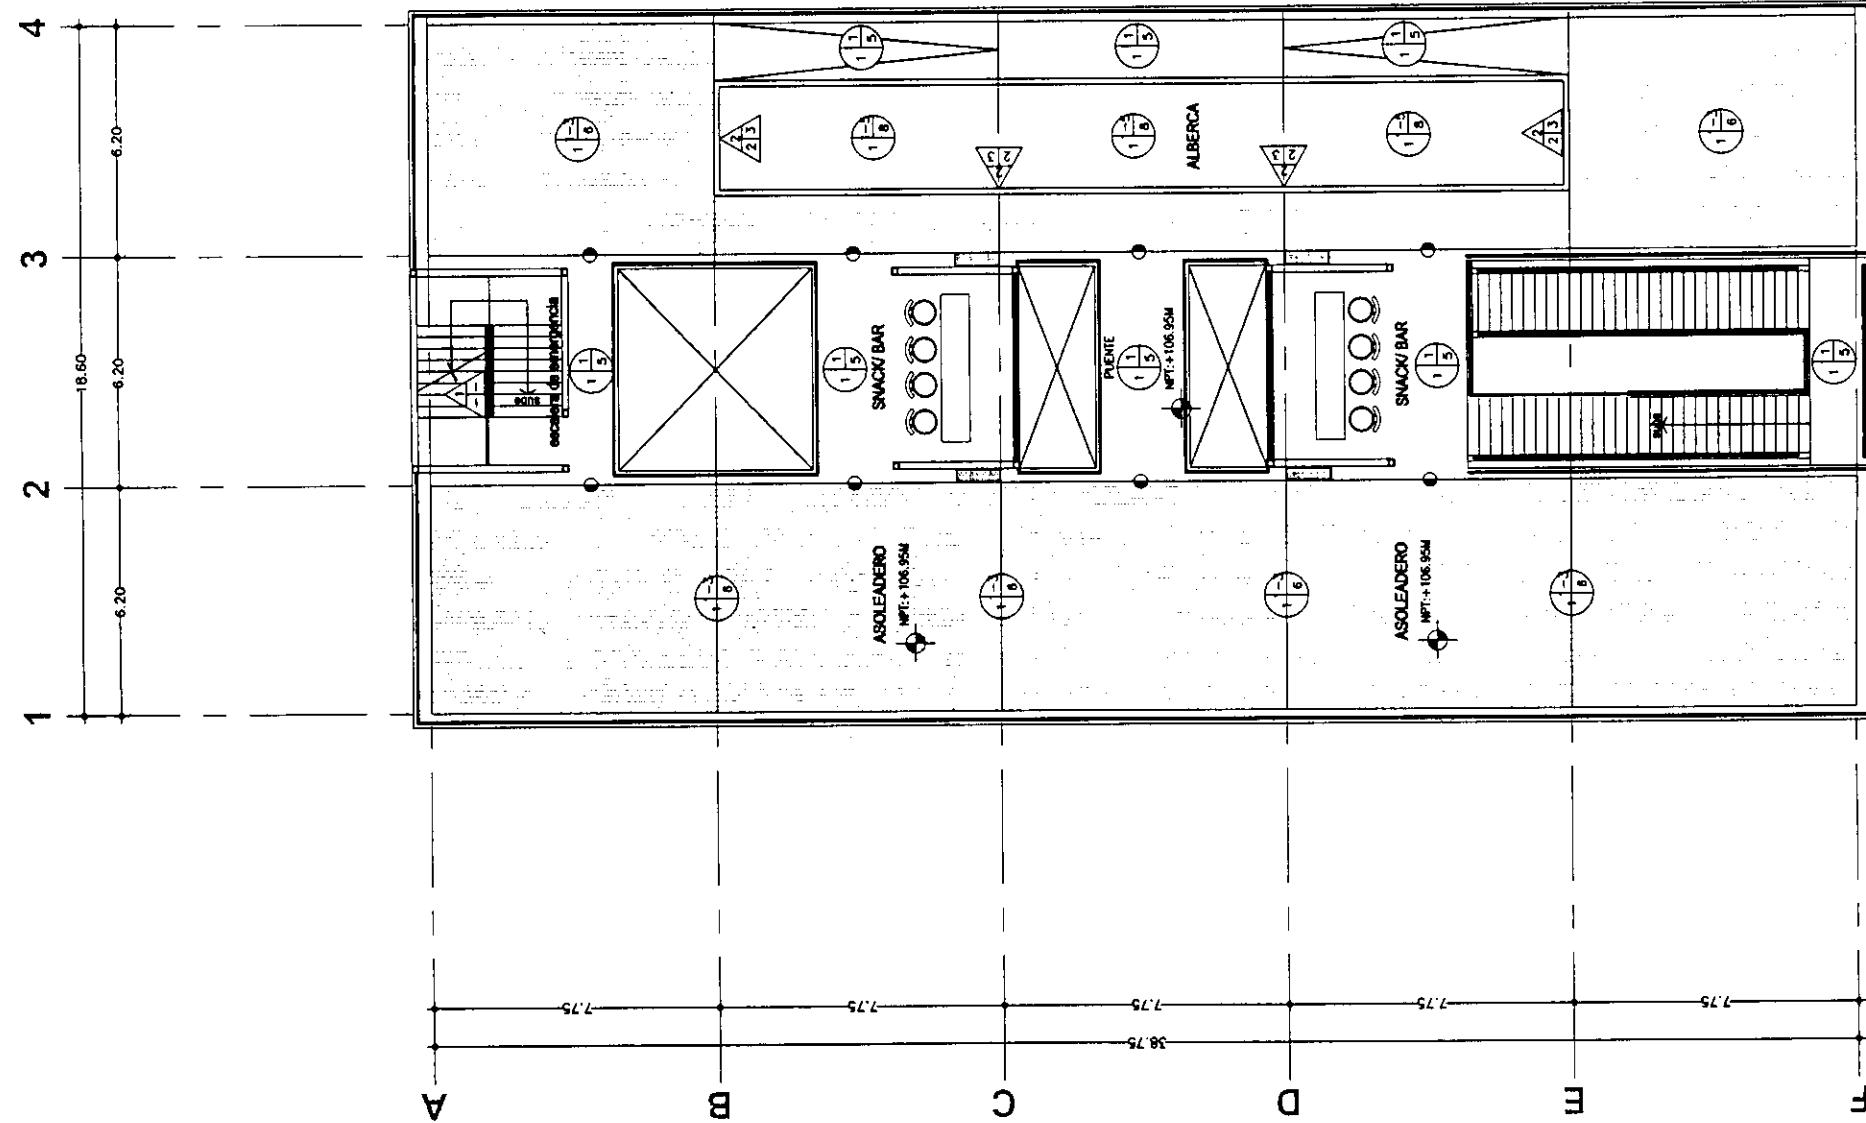

PLANTA DE AZOTEA
NIVEL + 106.95m
TORRE NORTE



**CENTRO INTEGRAL
VIZCAÍNAS**

Proyecto:
TESIS PROFESIONAL

Eje: CENTRAL LAZARO CARDENAS Y VIZCAÍNAS
CENTRO HISTÓRICO - PERÍMETRO "N"
DELEGACIÓN CUAUHTEMOC
Código de ubicación:

Orientación:
NORTE


Simbología:
-LAS COTAS RIGEN AL DIBUJO
-LAS COTAS ESTAN EN METROS
-LOS NIVELES ESTAN EN METROS
-VERIFICAR MEDIDAS EN OBRA
N.P.T. INDICA NIVEL DE PISO TERMINADO
INDICA CAMBIO DE NIVEL
→ INDICA COTA A PÁNO
→ INDICA COTA A EJE
→ INDICA COTA DE PÁNO A EJE

A INDICA CANAL DE ALUMINIO
CON CRISTAL EMBRIENADO O FLOTADO.
B INDICA MURO DE TABIQUE ROJO COMUN
DE 7.31 X 1.28 CMS.
C INDICA MURO DE CONCRETO ARMADO
(VER PLANO ESTRUCTURAL)
D INDICA REFORZADO DE CONCRETO ARMADO
(VER PLANO ESTRUCTURAL)
E INDICA MURO DE TABIQUE DURERO
F INDICA COLUMNA DE ACERO


**PLANTAS
SOTANOS 1-2
ALBANILERIA**

Folio: 1:200
Archic.: ALB-01-N.dwg

Edifico: TORRE NORTE
Nivel: +4.65m -9.20m
Sección:
Nombre: ESTAVILLO LARA CHRISTIAN
Folio: ALB-01

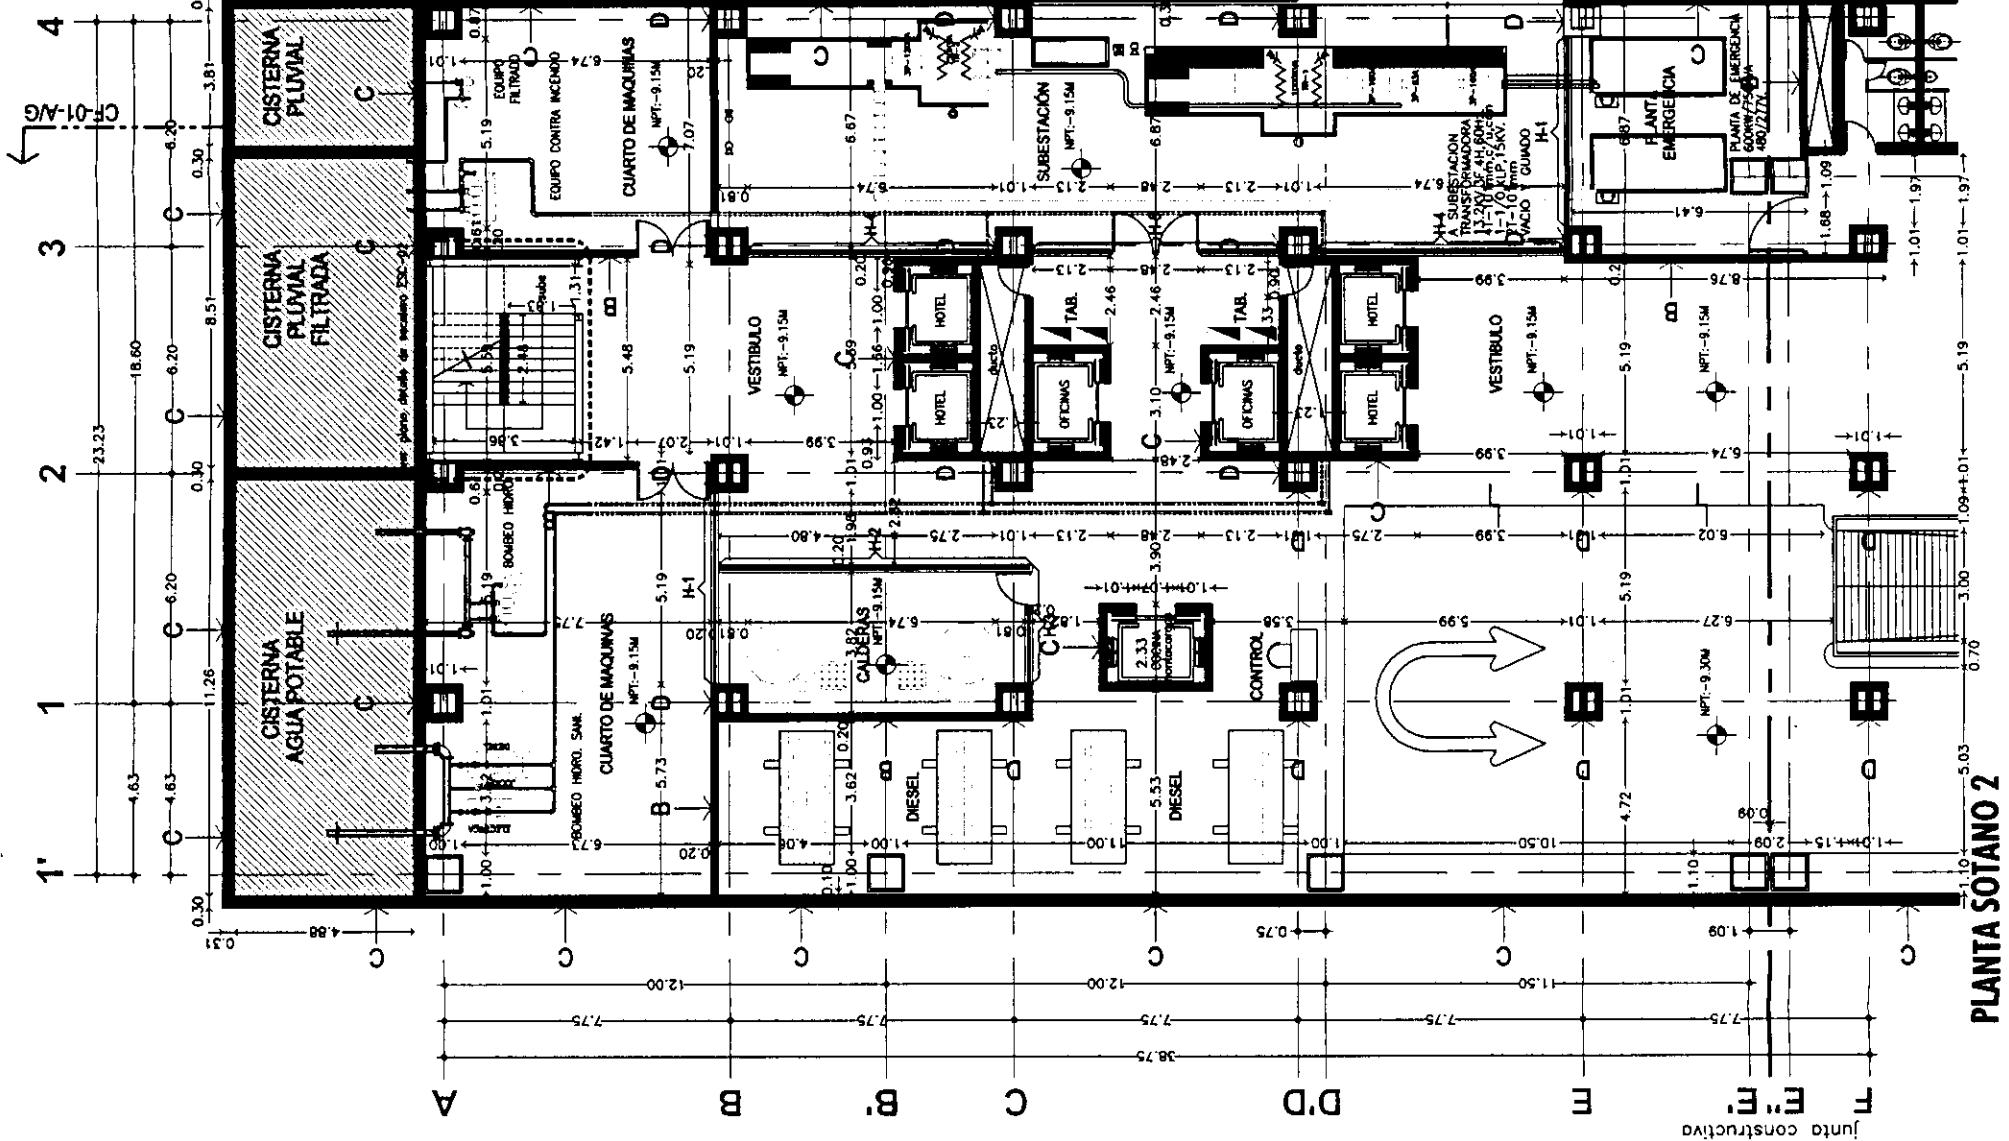

Junta constructiva

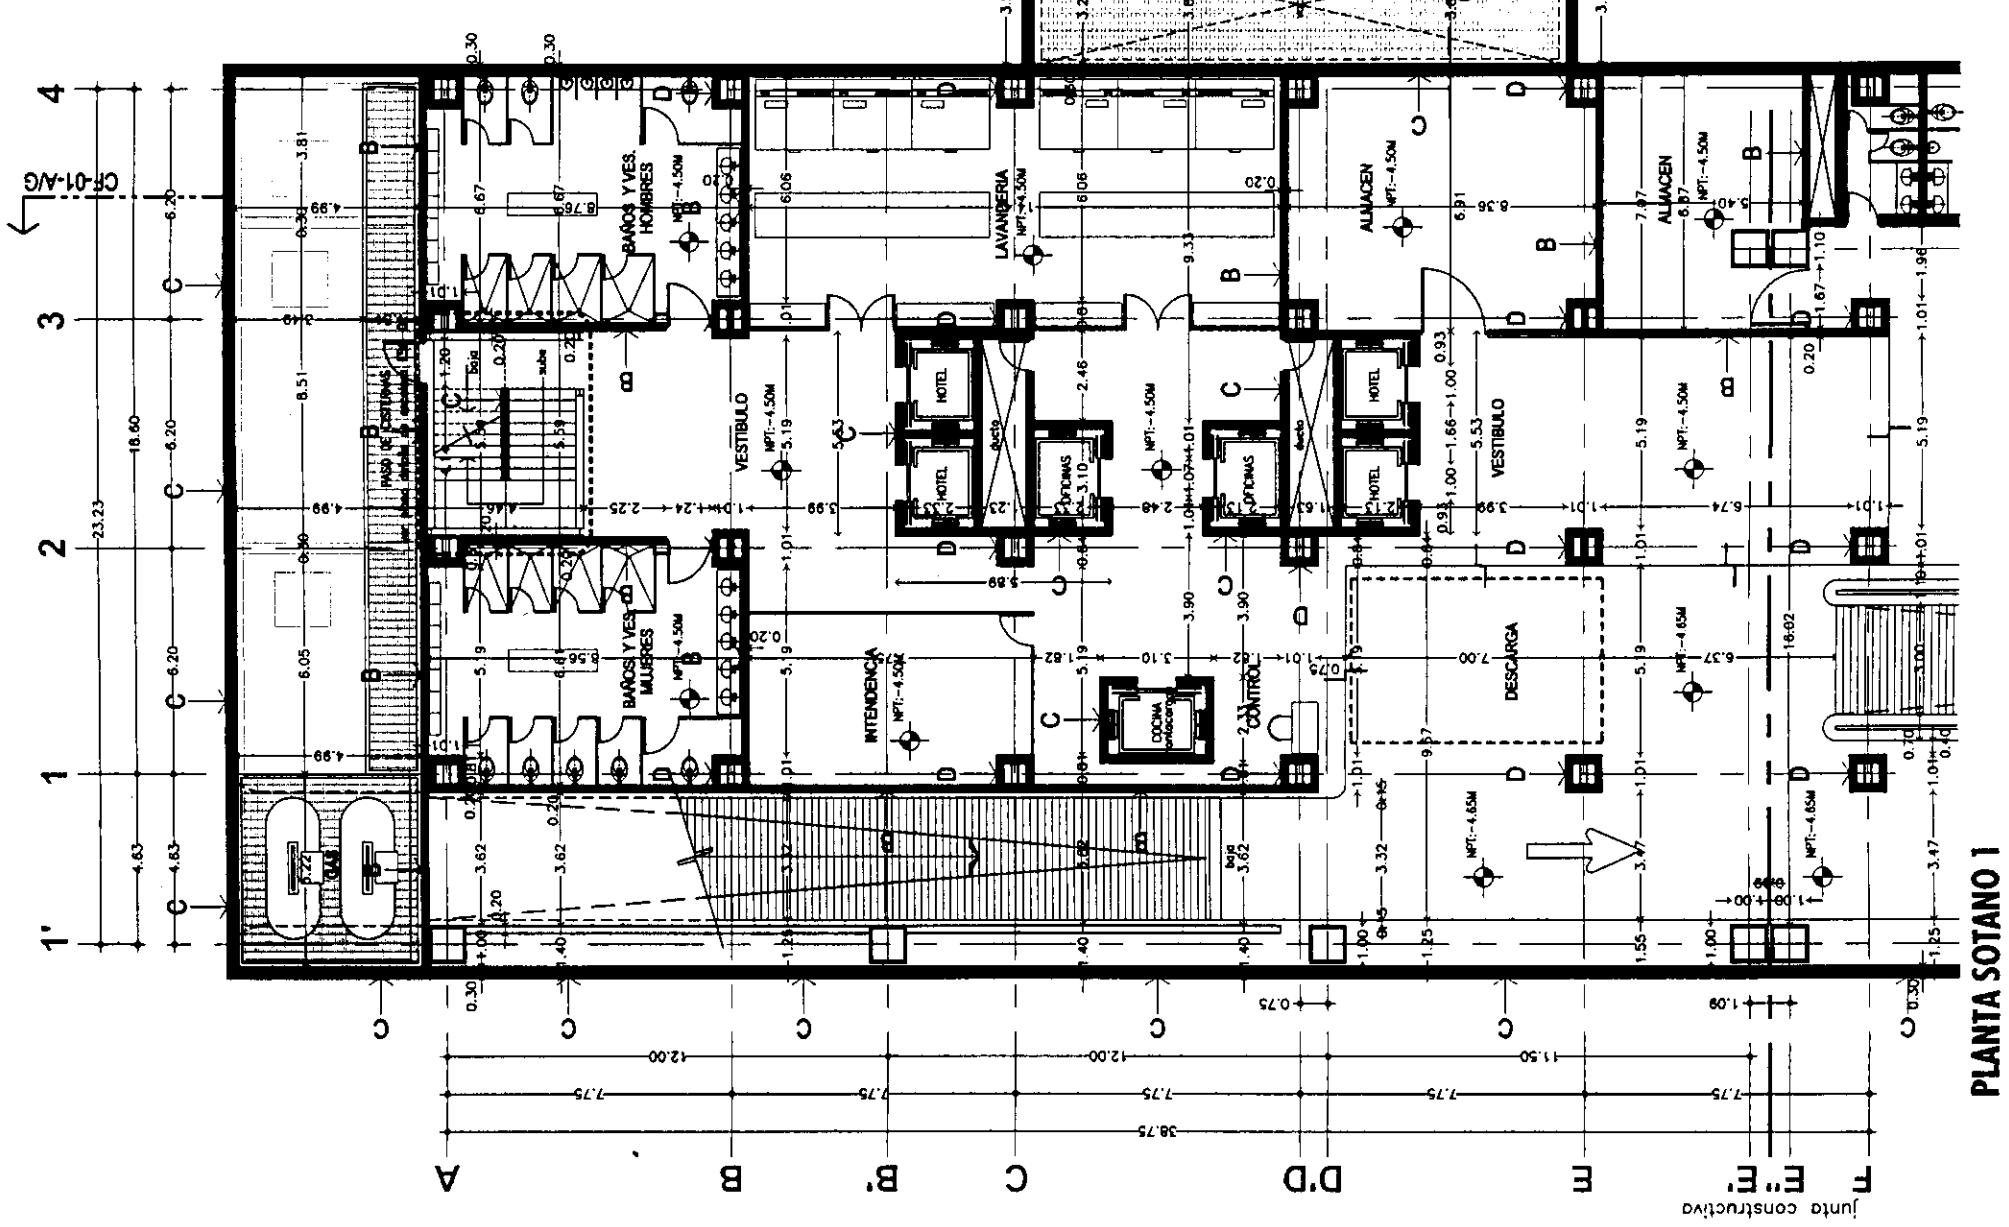

Junta constructiva



TESIS PROFESIONAL
**CENTRO INTEGRAL
VIZCAÍNAS**

Proyecto:

E

EJE CENTRAL LAJARO CARDENAS Y VIZCAÍNAS
CENTRO HISTÓRICO - PERÍMETRO "A"
DELEGACIÓN CUAUHTÉMOC

Ubicación:

Orientación:
Cotas de Localización
Norte

Simbología:
-LAS COTAS RIGEN AL DIBUJO
-LOS NIVELES ESTAN EN METROS
-VERIFICAR MEDIDAS EN OBRA
Cotas de Localización
N.P.T.
Indica cambio de nivel
→ INDICA NIVEL DE PISO TERMINADO
← INDICA CAMBIO DE NIVEL
→ INDICA COTA A PIANO
← INDICA COTA A EJE
→ INDICA COTA DE PIANO A EJE

A INDICA CANELA DE ALUMINIO
CON CRISTAL ESMERILADO O FLOTADO.
B INDICA MURO DE PARQUE ROJO CON
DE 11.14 X 18 CMS.
C INDICA MURO DE CONCRETO ARMADO
(VER PLANO ESTRUCTURAL)
D INDICA PEGOLUDO DE CONCRETO ARMADO
(VER PLANO ESTRUCTURAL)
E INDICA MURO DE PANEL DE FACHAMENTO DURCK
F INDICA COLUMNAS DE ACERO

**PLANTA
BAJA
ALBÁNILERIA**


Plano:

Folio: 2004 Escala: 1:200
Archivo: ALB-02-N.dwg
Edificio: TORRE NORTE Nivel: +1.1550m Sección:

ESTAVILLO LARA CHRISTIAN

Nombre: ALB-02
Clave:

**PLANTA BAJA ACCESO
NIVEL +0.1550m
TORRE NORTE**

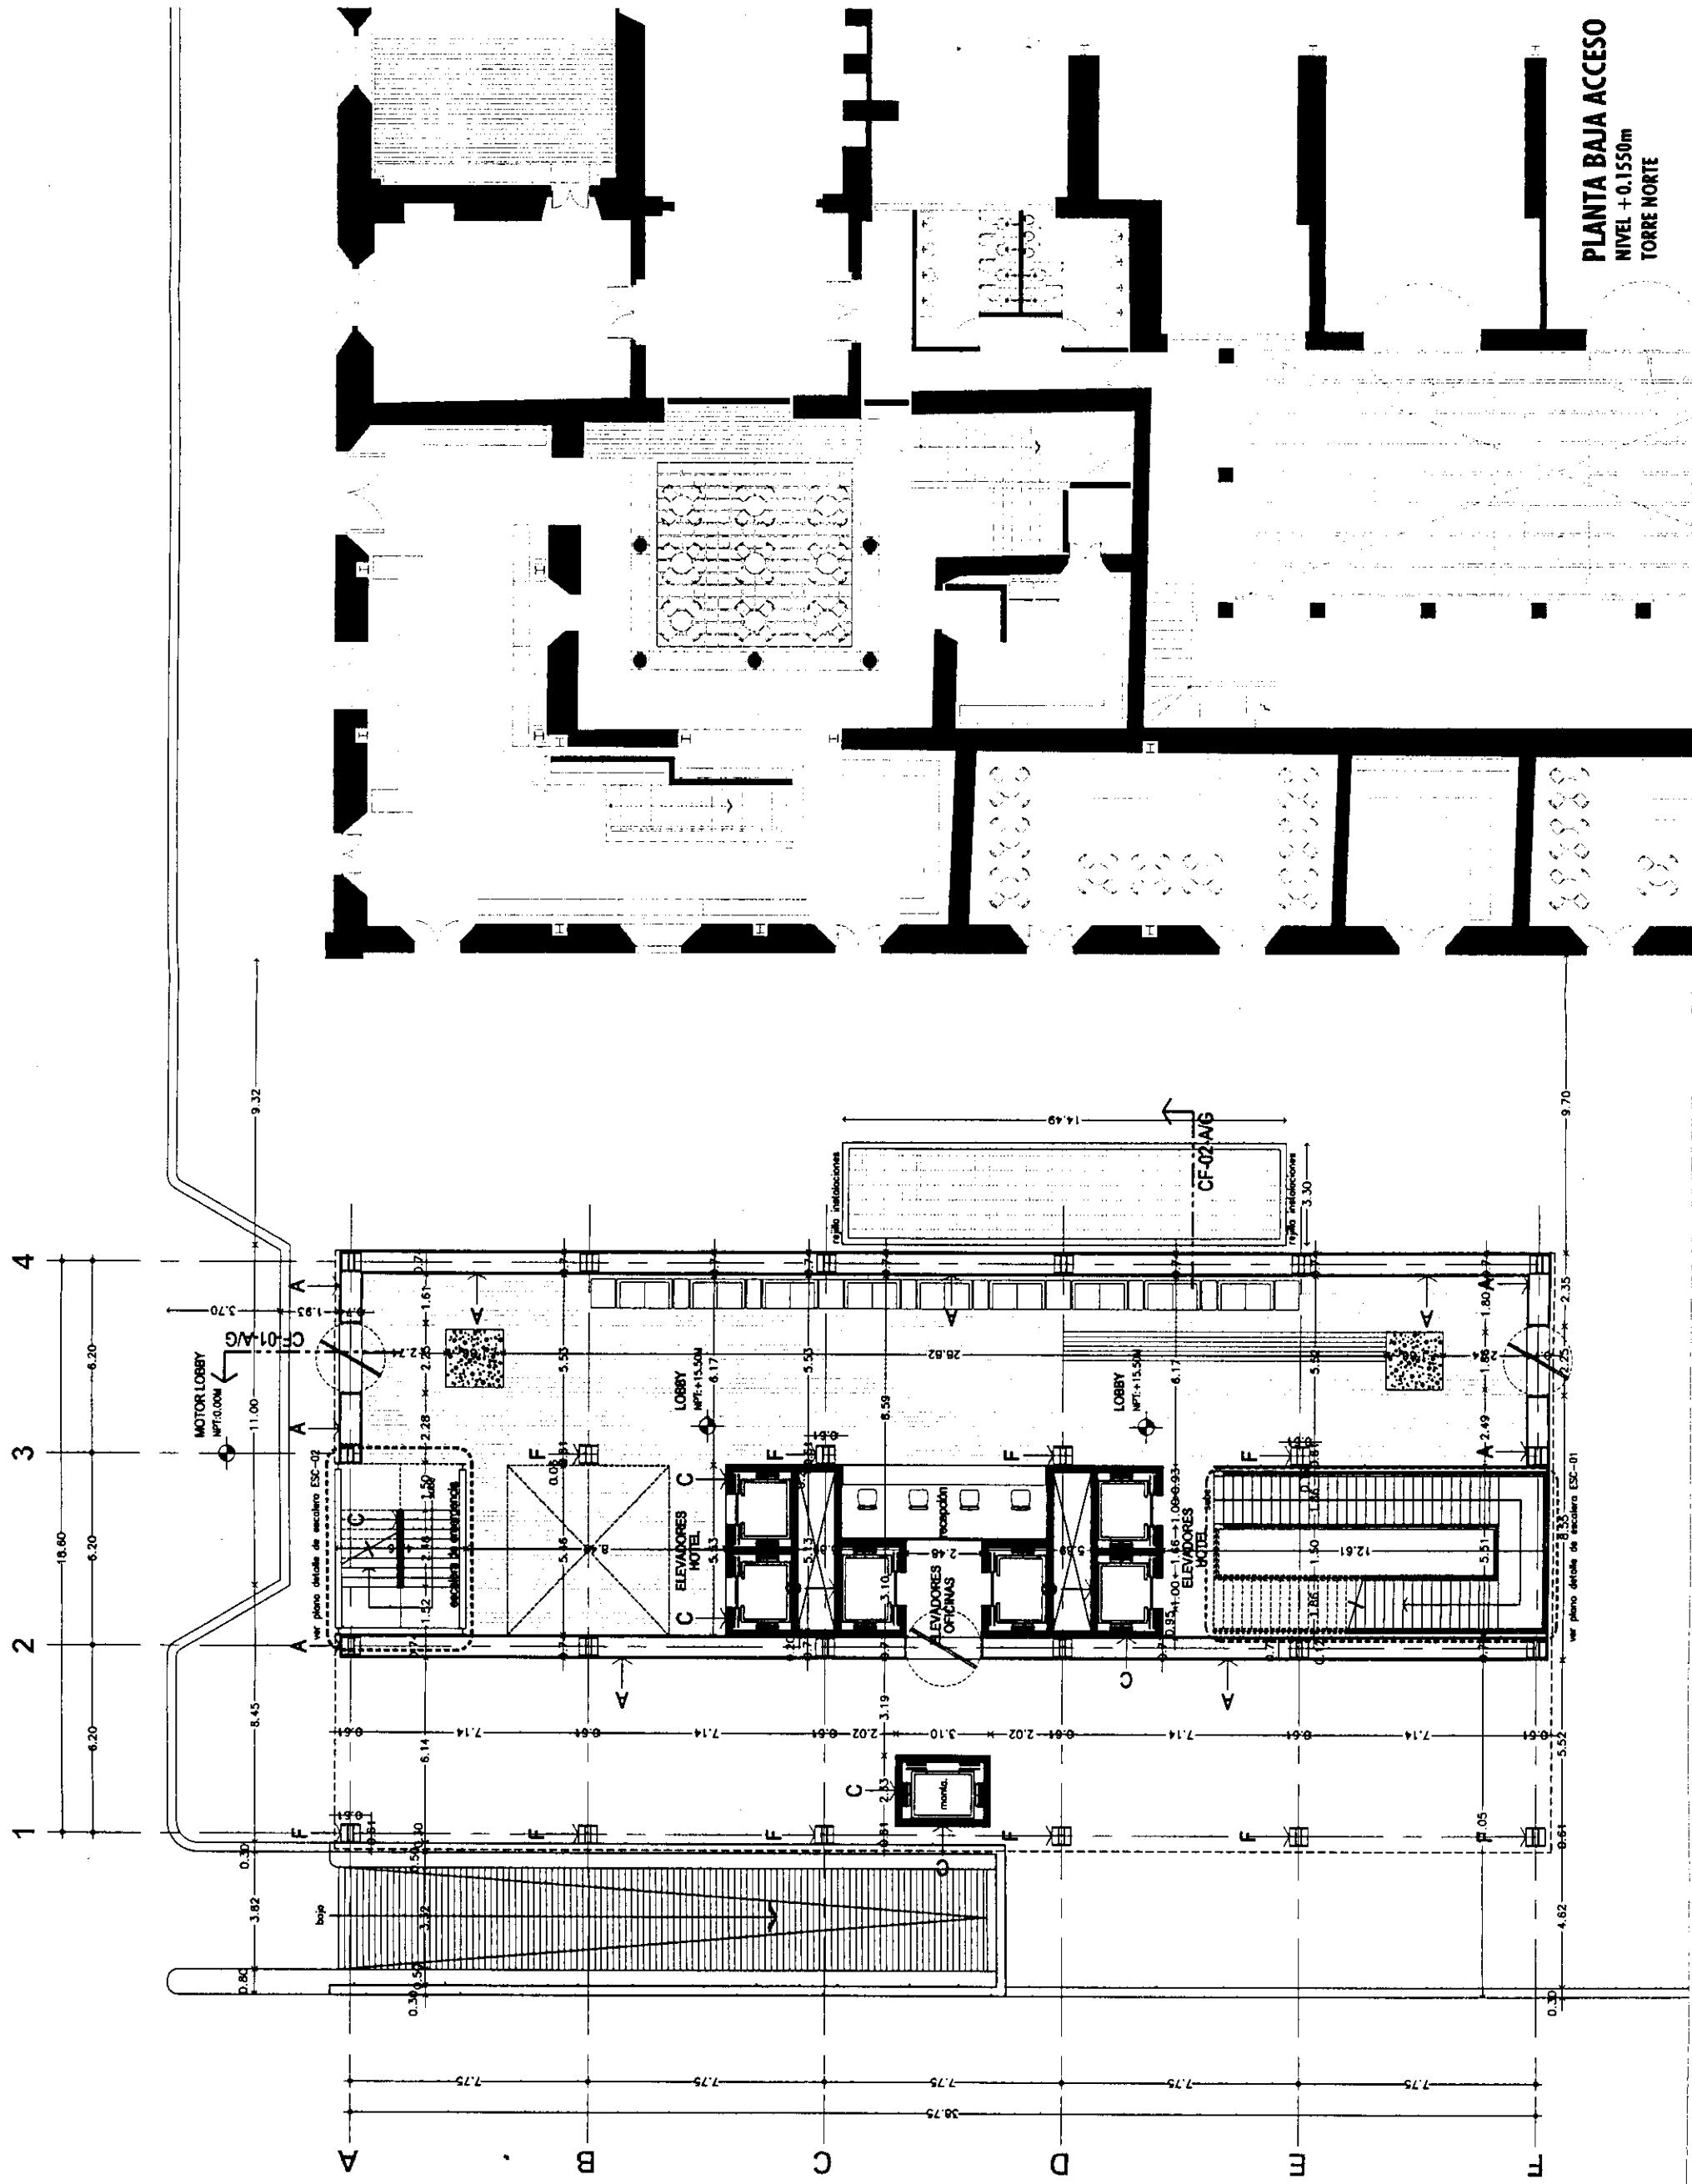



TESIS PROFESIONAL
CENTRO INTEGRAL
VIZCAÍNAS

Proyecto:

CENTRO INTEGRAL
VIZCAÍNAS

Ubicación:

EJE CENTRAL LAZARO CARDENAS Y VIZCAÍNAS
CENTRO HISTÓRICO - PERÍMETRO "X"
DELEGACIÓN CUAUTLEOC

Código de ubicación:

NORTE

Orientación:

Norte

Cota de ubicación:

Cota de ubicación

Símbolo:
-LAS COTAS RIGEN AL DIBUJO.
-LAS COTAS ESTAN EN METROS.
-LOS NIVELES ESTAN EN OBRA.
-VERIFICAR MEDIDAS EN OBRA.

Símbolo:

N.P.T.

INDICA NIVEL DE PISO TERMINADO

INDICA CAMBIO DE NIVEL

INDICA COTA A PÁNO

INDICA COTA A EJE

INDICA COTA DE PÁNO A EJE

A INDICA CANTEL DE ALUMINIO
CON CRISTAL ESPIRALADO O ROTADO.

B INDICA MURO DE TABIQUE ROJO COMUN
DE 7x11x7x10 CM.

C INDICA MURO DE CONCRETO ARMADO
(VER PLANO ESTRUCTURAL)

D INDICA PRECORRIDO DE CONCRETO ARMADO
(VER PLANO ESTRUCTURAL)

E INDICA MURO DE TABLACERADO DURCOR

F INDICA COLUMNAS DE ACERO

PLANO: **PLANTA**
MEZANINE 1
ALBANILLERA

Plano:

2004

Escala: 1:200

Archivo:

ALB-03-N.dwg

Número:

ESTAVILLO LARA CHRISTIAN

Unid.:

ALB-03

Edificio: **Torre Norte**
NIVEL +9.30m



Nombre: **ESTAVILLO LARA CHRISTIAN**

Unid.: **ALB-03**

Edificio: **Torre Norte**
NIVEL +9.30m

Nombre: **ESTAVILLO LARA CHRISTIAN**

Unid.: **ALB-03**

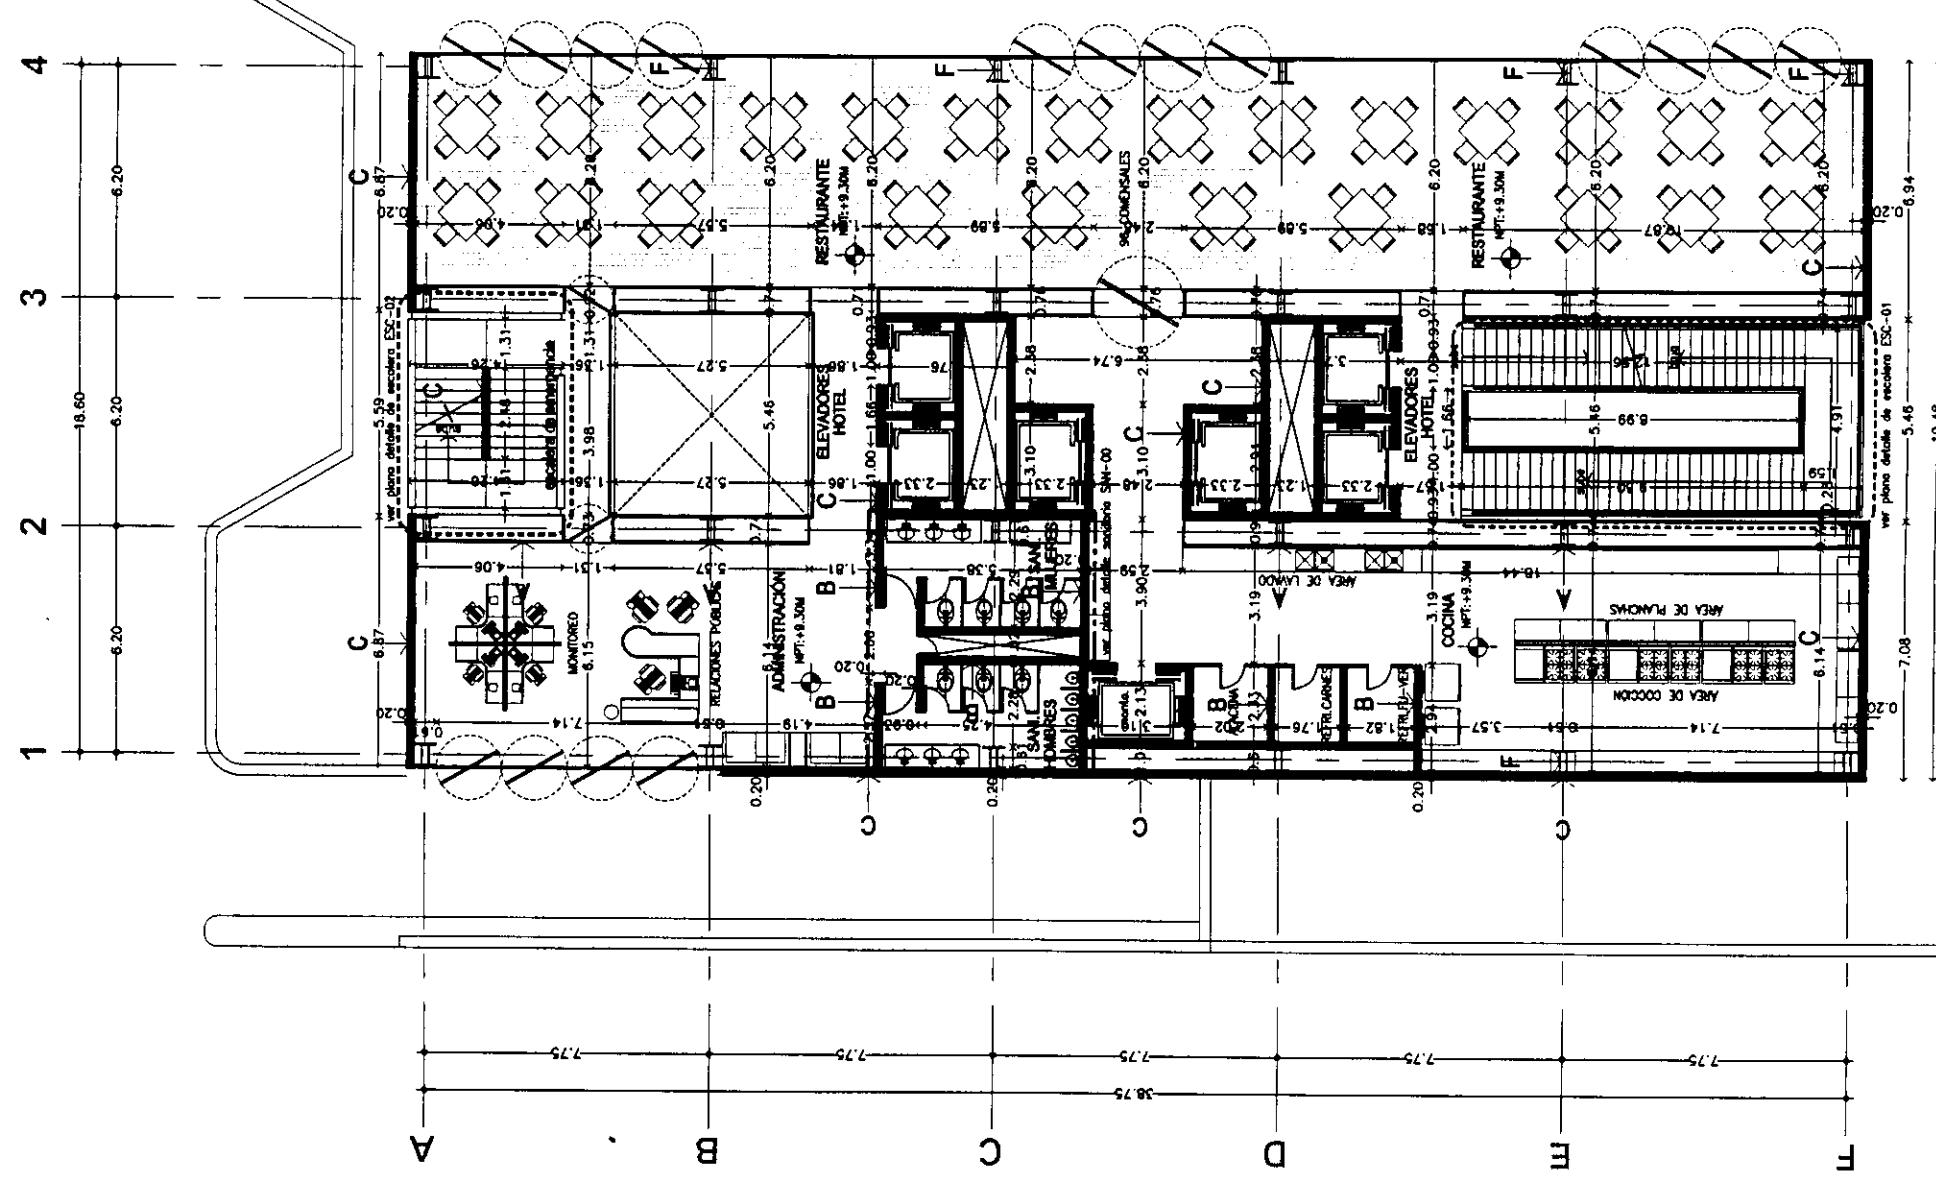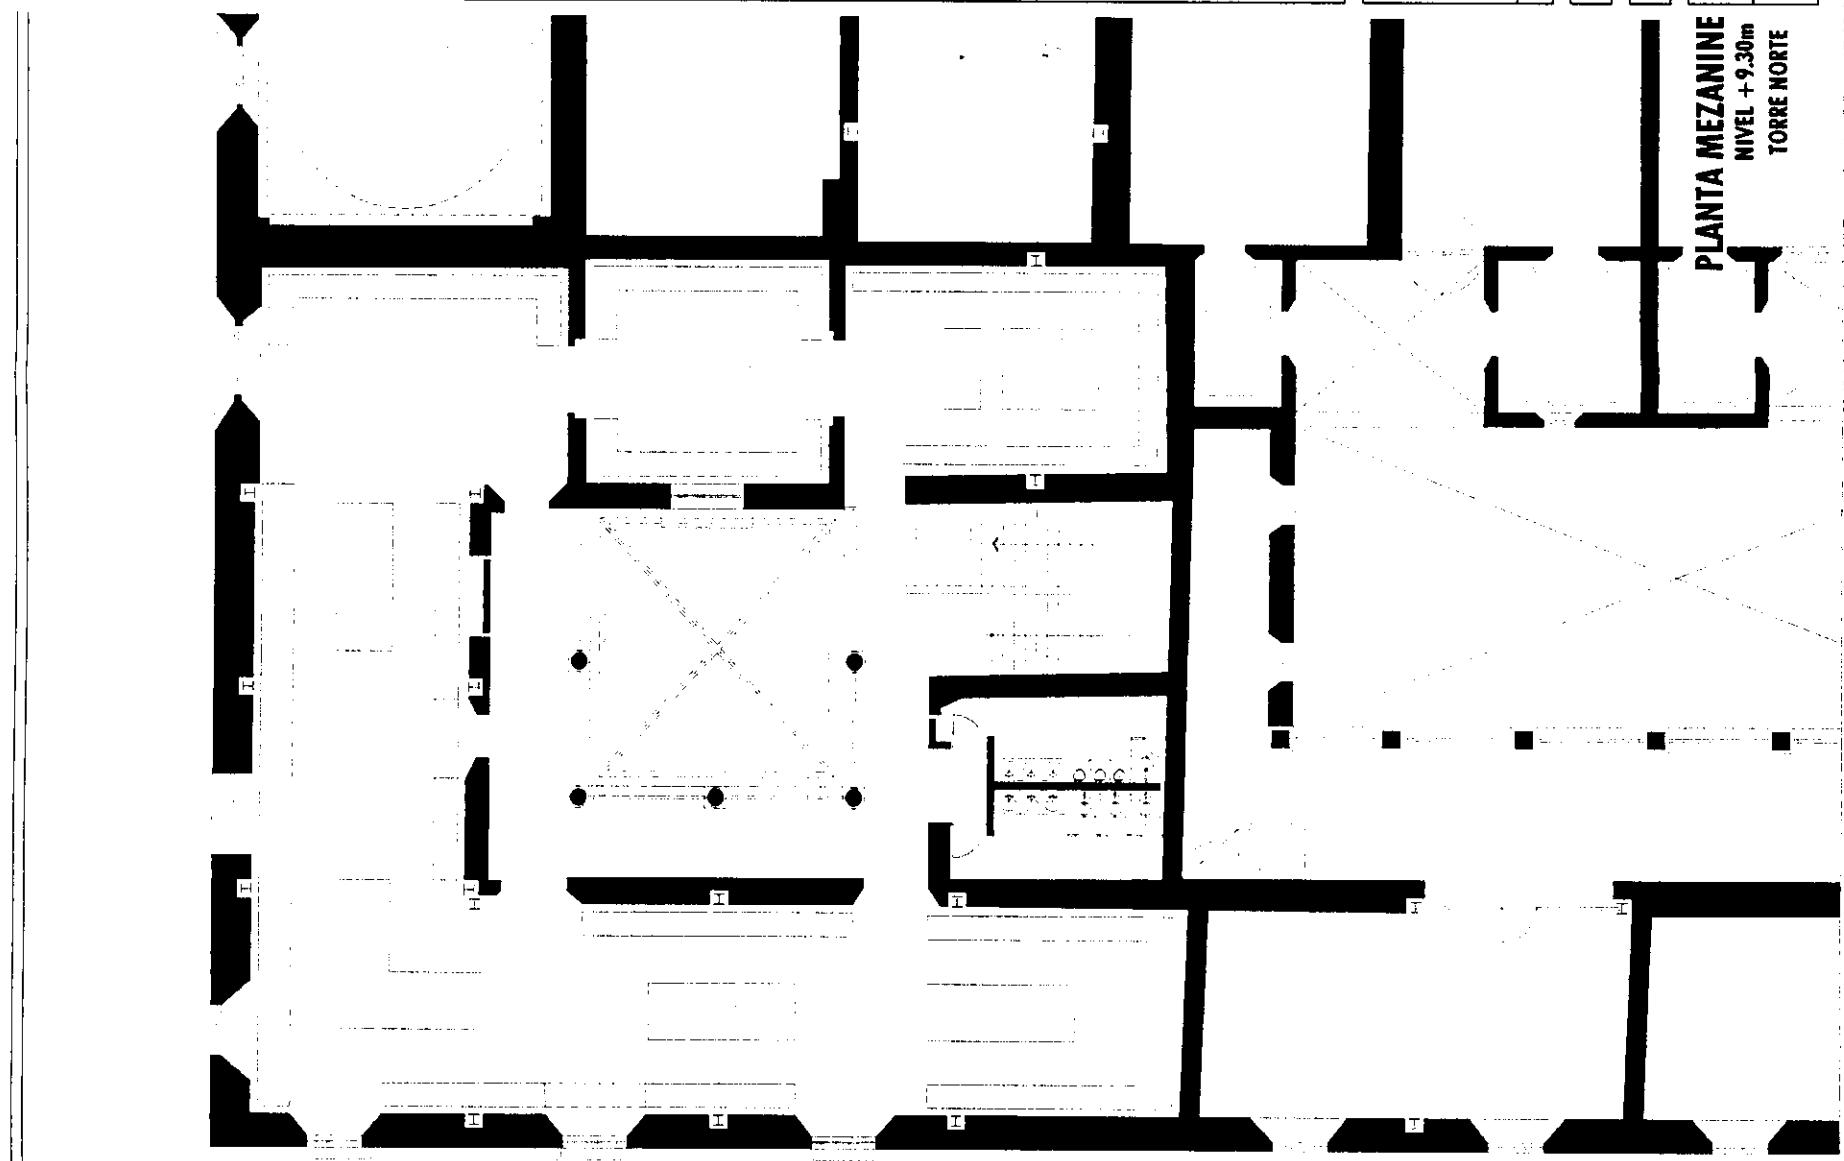



TESIS PROFESIONAL
**CENTRO INTEGRAL
VIZCAÍNAS**

Proyecto:

Ilustración:
EL CENTRAL LAZARO CARDENAS Y VIZCAÍNAS
CENTRO HISTÓRICO PERÍMETRO "A"
DELEGACIÓN CUAUTITLÁN
Copia de licitación
Orientación:
Norte

Símbolo:
-LAS COTAS RIGEN AL DIBUJO
-LOS NIVELES ESTAN EN METROS
-PERMITIR MEDIDAS EN OBRA

N.P.T.
INDICA NIVEL DE PISO TERMINADO
— INDICA CAMBIO DE NIVEL
↔ -2.00 → INDICA COTA DE PÁNO
↑ -2.00 ↓ INDICA COTA A EJE
↔ -2.00 ↔ INDICA COTA DE PÁNO A EJE


- A INDICA CANCELL DE ALUMINIO CON CRISTAL ESMERILADO O ROTADO.
- B INDICA MURO DE TABIQUE ROJO COMBIN DE 7 X 14 X 25 CMS.
- C INDICA MURO DE CONCRETO ARMADO (VER PLANO ESTRUCTURAL)
- D INDICA PRECOLADO DE CONCRETO ARMADO (VER PLANO ESTRUCTURAL)
- E INDICA MURO DE PANELES DE TABLACIEMIENTO DUROCK
- F INDICA COLUMNA DE ACERO

**PLANTA
MEZANINE 2
ALBANILERIA**

Plano: 2004 Escala: 1:200
Archivo: ALB-04-N.dwg

Nombre: ESTAVILLO LARA CHRISTIAN
Nivel: +13.95m
Edificio: TORRE NORTE
Sección: +13.95m
Clave: ALB-04

PLANTA MEZANINE
NIVEL +13.95m
TORRE NORTE

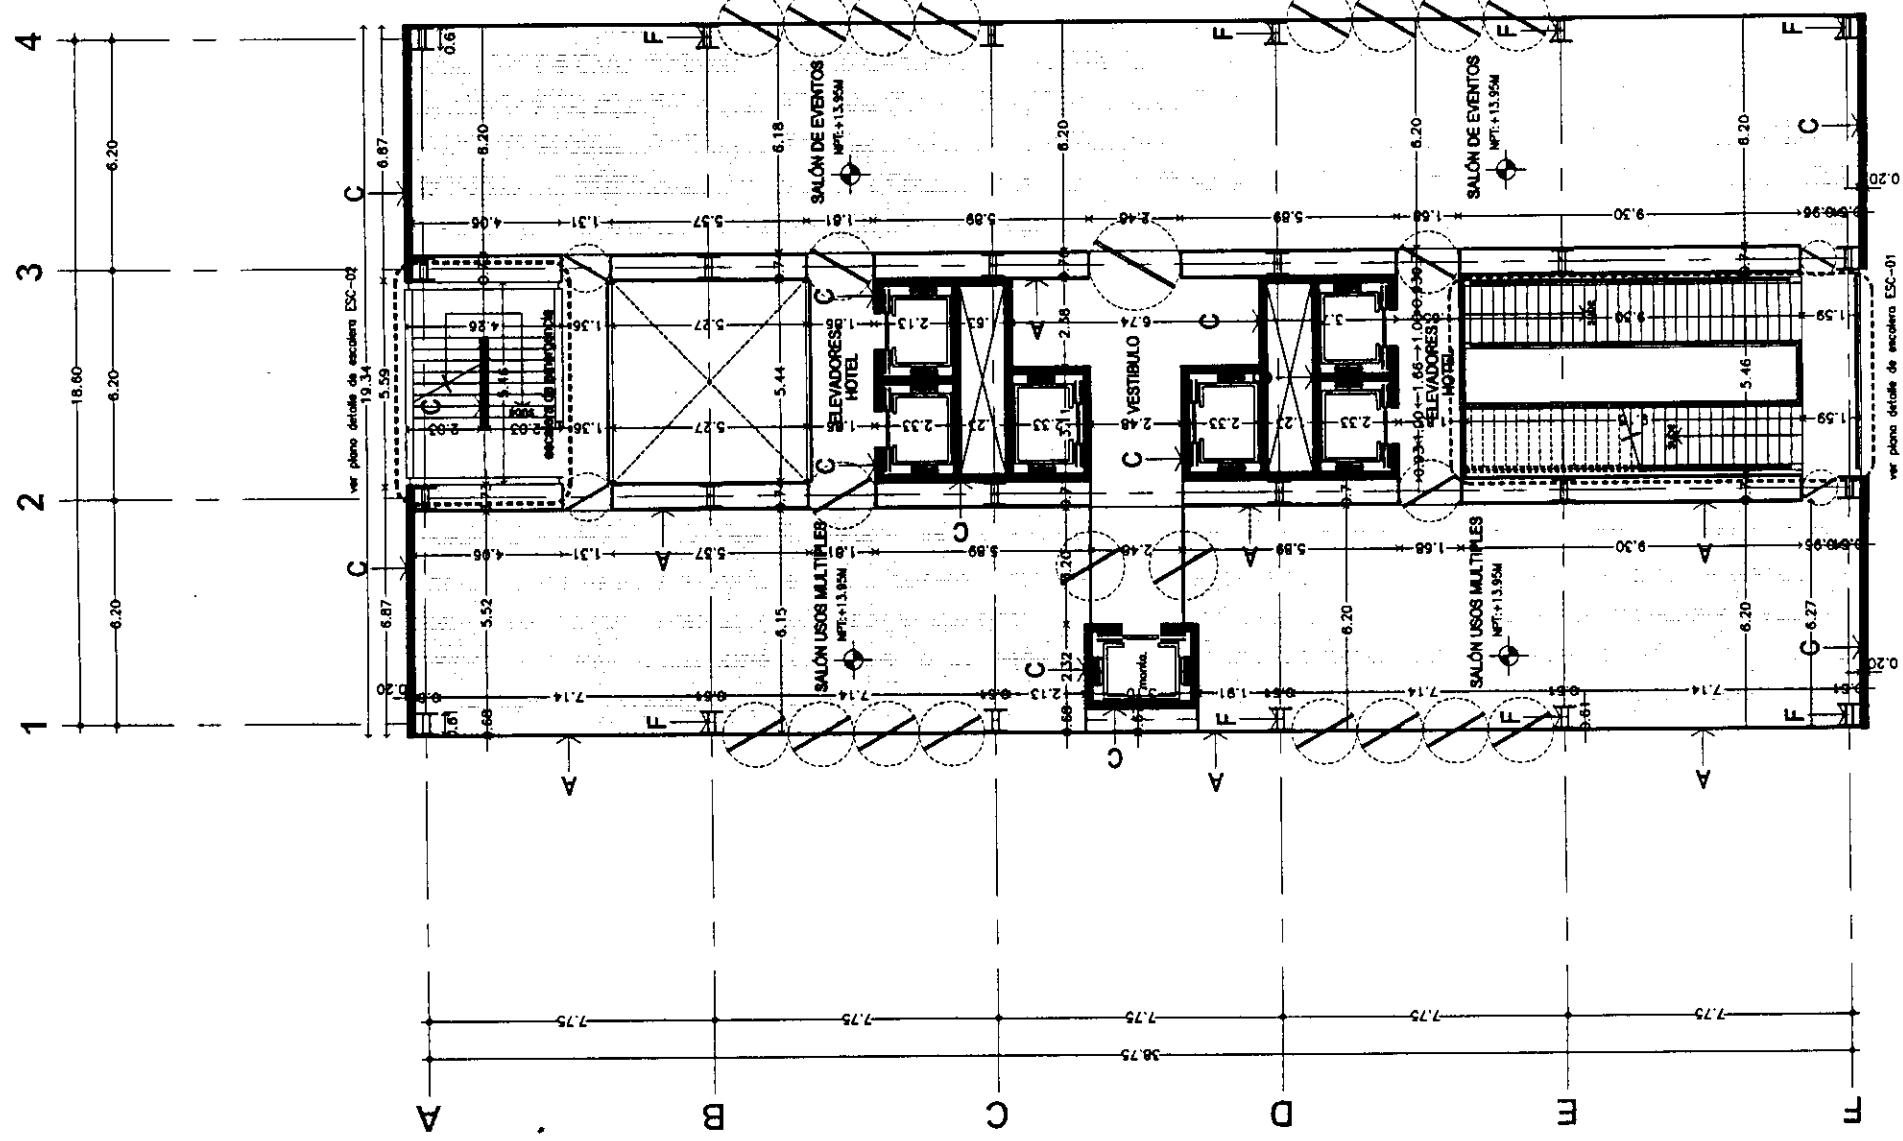



Proyecto:
TESIS PROFESIONAL
CENTRO INTEGRAL VIZCAÍNAS

Ubicación:
EJE CENTRAL LAZARO CARDENAS Y VIZCAÍNAS
CENTRO HISTÓRICO - PERÍMETRO "A"
DELEGACIÓN CIUDAD MÉXICO

Topos de localización

Orientación:

Norte

Simbología:

-LAS COTAS RIGEN AL DIBUJO

-LOS NIVELES ESTAN EN METROS

-VERIFICAR MEDIDAS EN OBRA

Cotas de localización

Orientation:

Norte

Topos de localización

Orientación:

Norte

Cotas de localización

Orientación:

Norte

PLANTA MEZANINE 3 ALBANILERIA

Folio: 2004 Escala: 1:200


Archivo: ALB-05-N.dwg

Edificio: TORRE NORTE Altura: +18.60m Sección:

Nombre: ESTAVILLO LARA CHRISTIAN Cote: ALB-05

PLANTA MEZANINE


NIVEL + 18.60m
TORRE NORTE

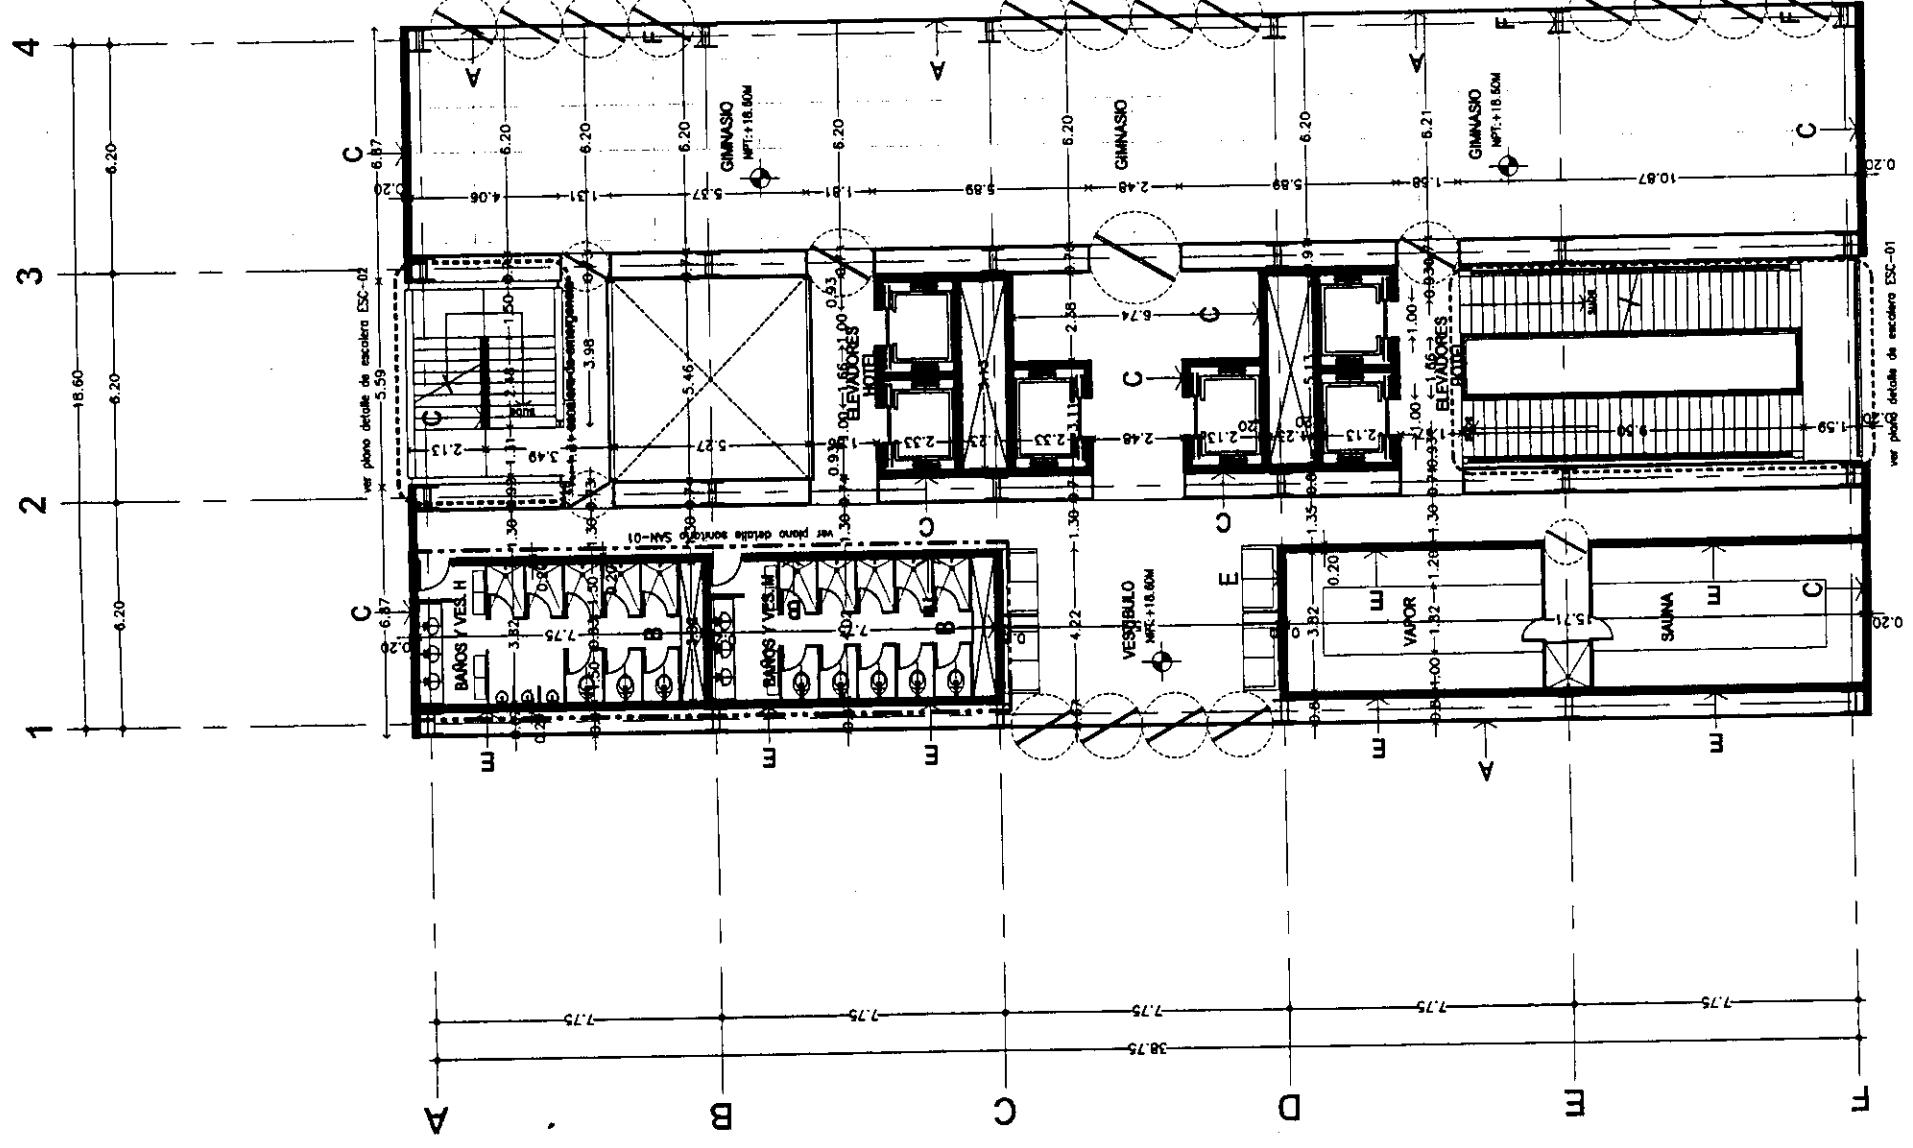



TESIS PROFESIONAL
CENTRO INTEGRAL
VIZCAÍNAS

Proyecto:

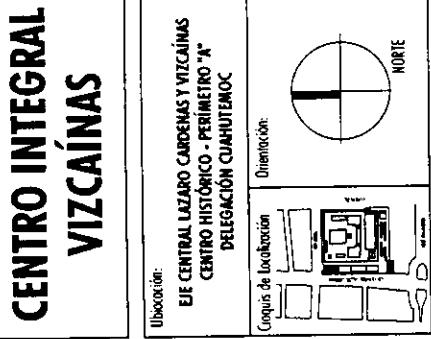

Simbología:
- LAS COTAS RIGEN AL DIBUJO
- LAS COTAS ESTAN EN METROS
- LOS NIVELES ESTAN EN METROS
- VERIFICAR MEDIDAS EN OBRA


Unidades de medida:
N.P.T.

INDICA NIVEL DE PISO TERMINADO
— INDICA CAMBIO DE NIVEL
← 2.00 → INDICA COTA A PÁNO
+ 2.00 + INDICA COTA A EJE
+ 2.00 + INDICA COTA DE PÁNO A EJE


A INDICA CANCIL DE ALUMINIO
CON CRISTAL ESPIRALADO O ROTADO.
B INDICA MURO DE TABIQUE ROJO COMUN
DE 77.14 X 30 CMS.
C INDICA MURO DE CONCRETO ARMADO
(PER PLANO ESTRUCTURAL)
D INDICA PRECOLADO DE CONCRETO ARMADO
(PER PLANO ESTRUCTURAL)
E INDICA MURO DE PANEL DE TABLAREO DURCO
F INDICA COLUMNA DE ACERO

PLANO: **PLANTA OFICINAS TIPO ALBANILERIA**
Edo: 2004 Escala: 1:200
Activo: ALB-06-N.dwg
Edificio: TORRE NORTE Nivel: VARIOS Sección:

Nombre: ESTAVILLO LARA CHRISTIAN
Clave: ALB-06

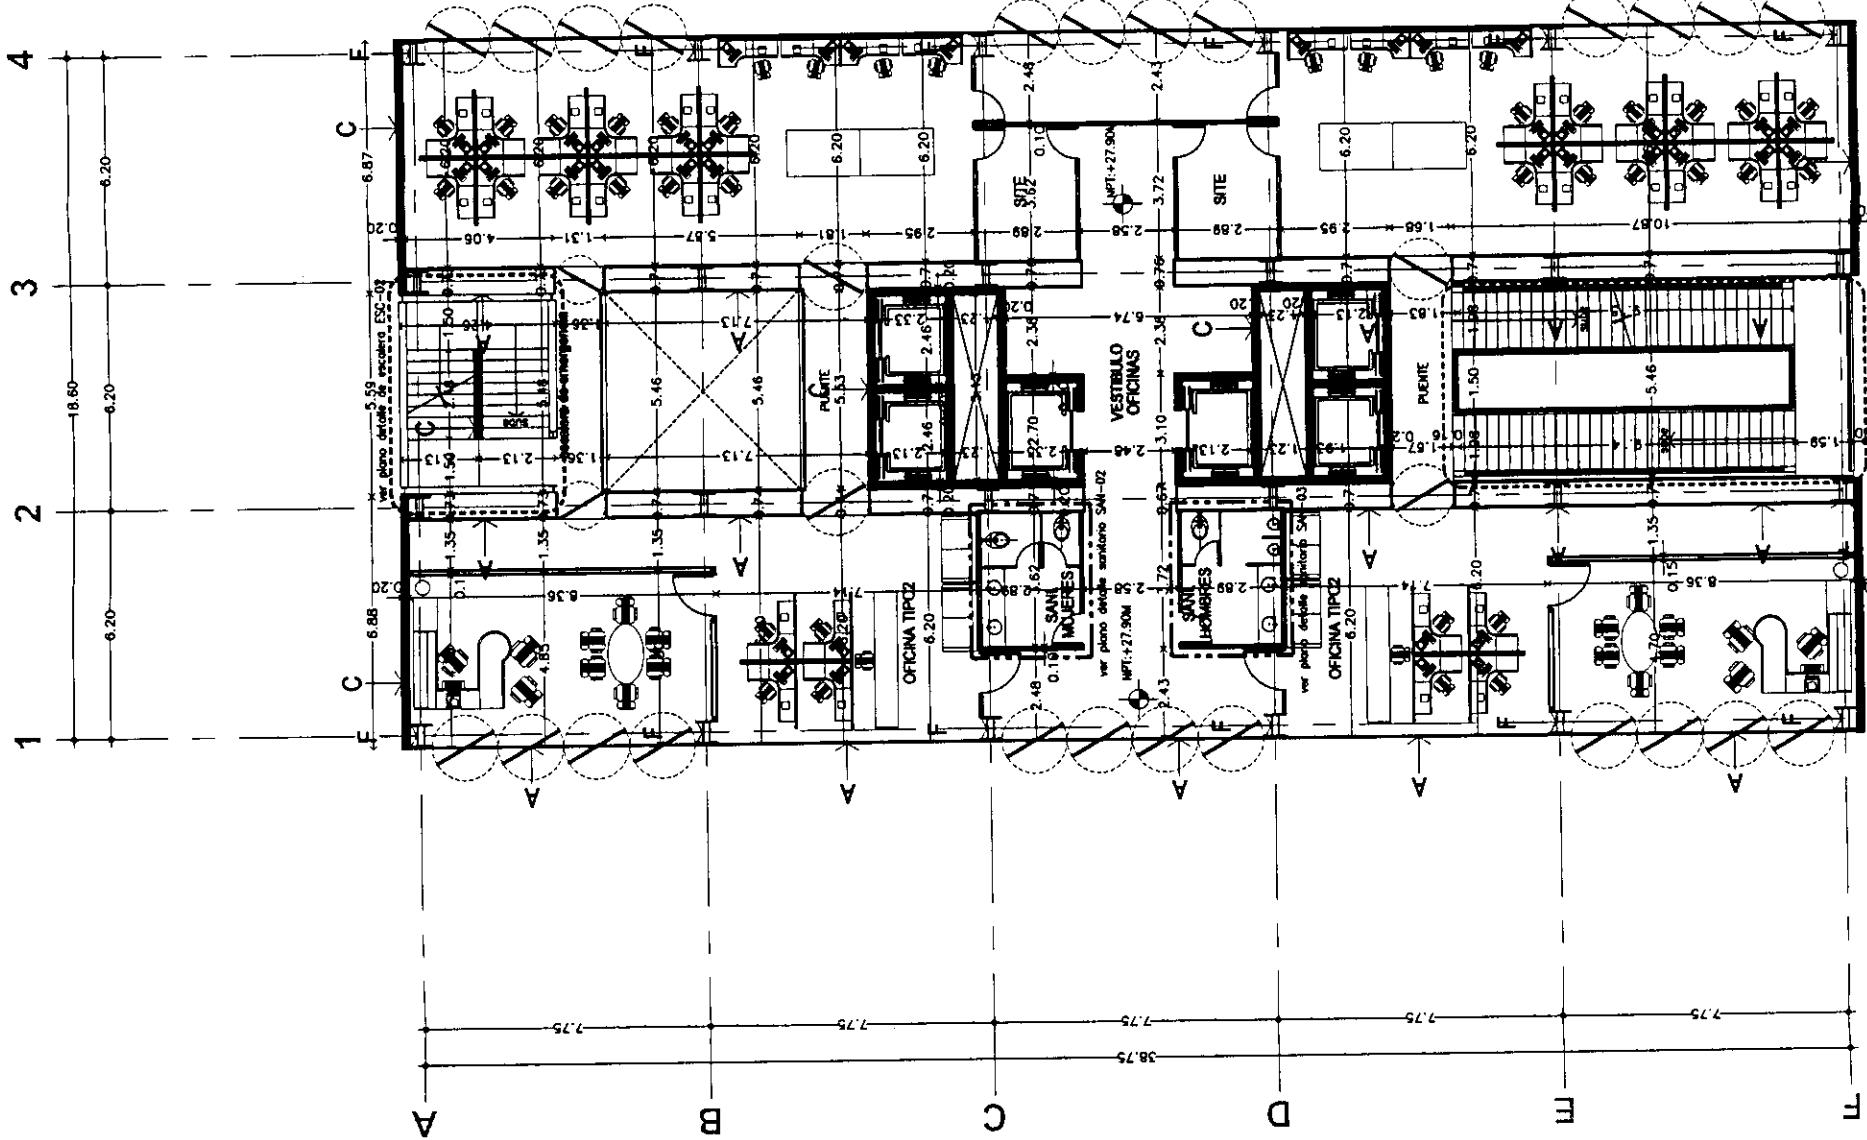

PLANTA OFICINAS TIPO 2
NIVELES +27.90m, +37.20m
TORRE NORTE

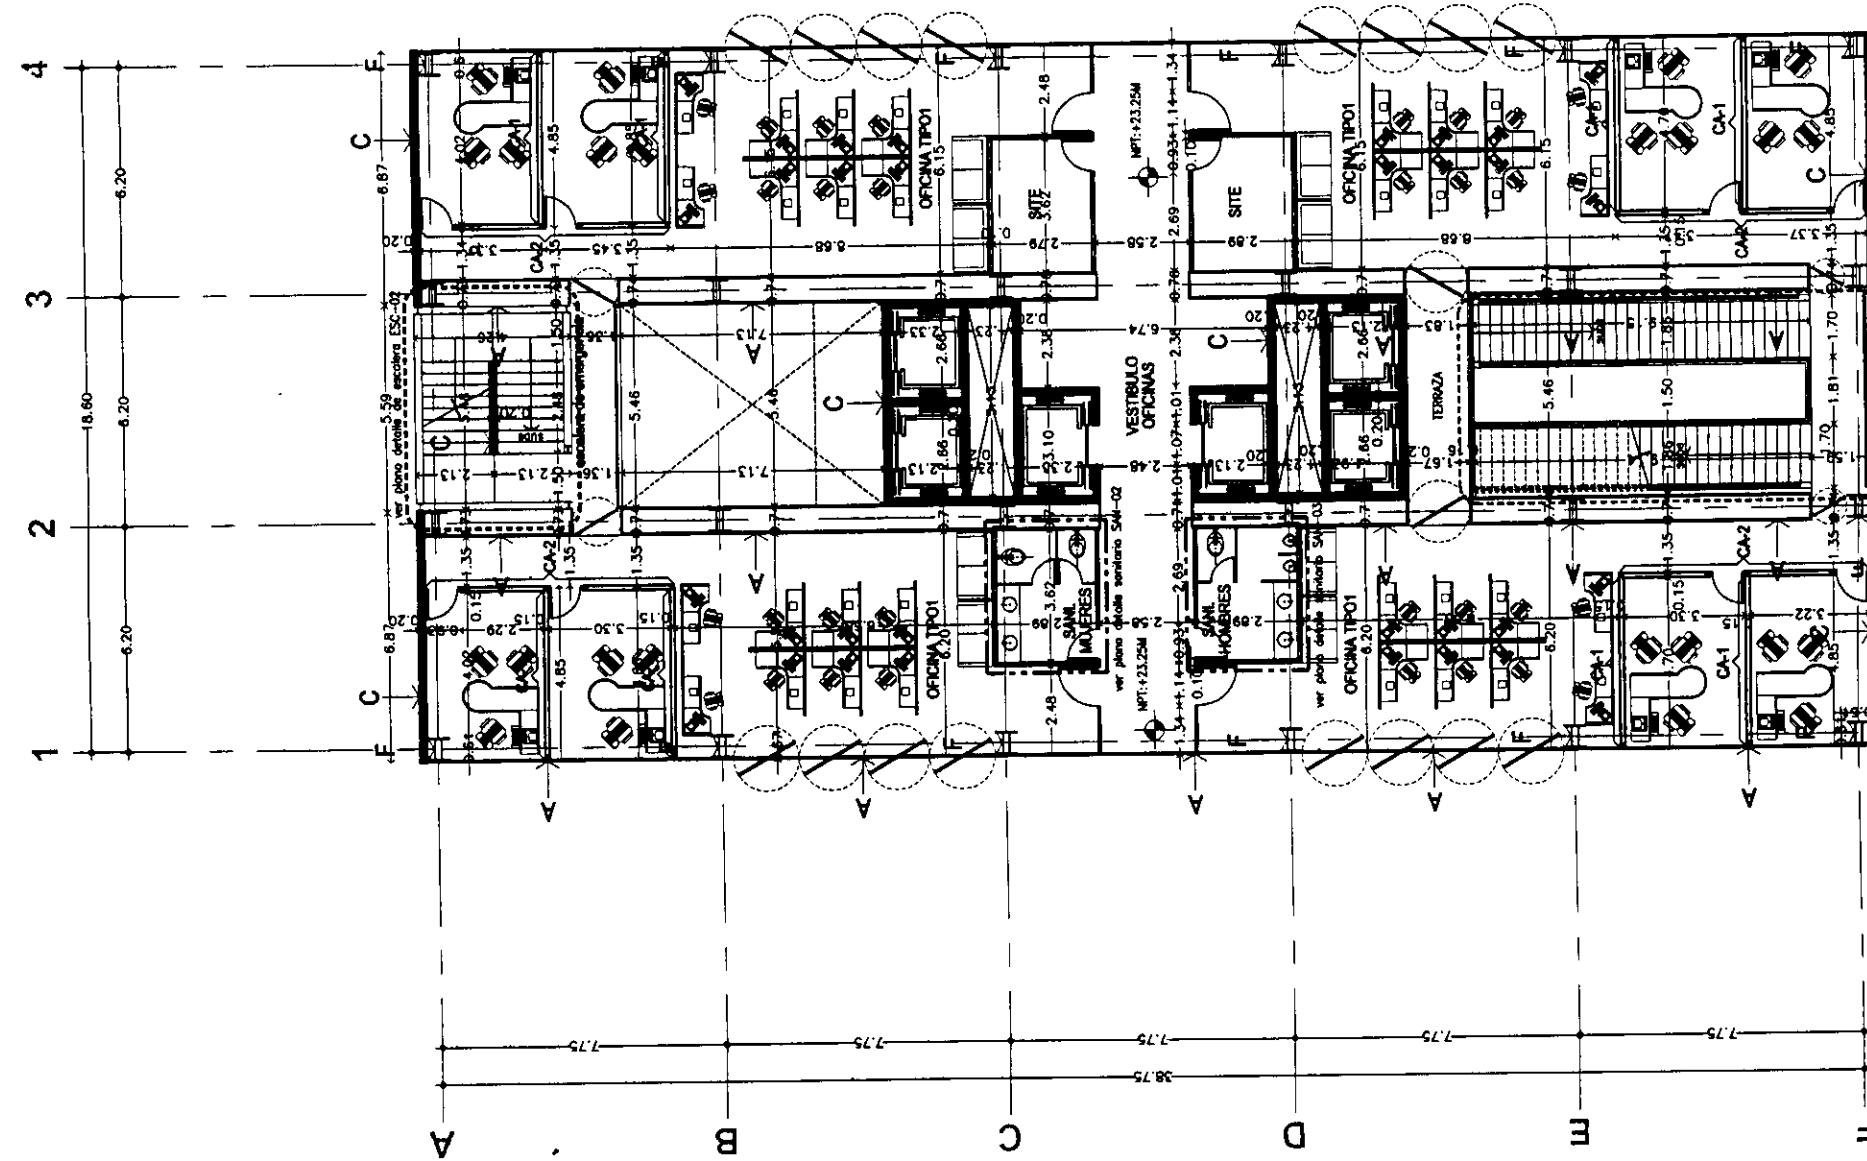

PLANTA OFICINAS TIPO 1
NIVELES +23.25m, +32.55m, +41.85m
TORRE NORTE



TESIS PROFESIONAL
**CENTRO INTEGRAL
VIZCAÍNAS**

Proyecto:

Ubicación:
EJE CENTRAL LAZARO CARDENAS Y VIZCAÍNAS
CENTRO HISTÓRICO, PERIMETRO "A"
DELEGACIÓN CDMX, MÉXICO D.F.

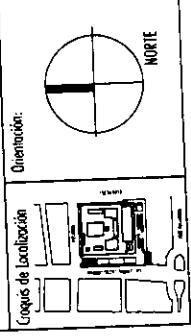


Diagrama de localización
Orientación:

Simbología:
- LAS COTAS IRIGEN AL DIBUJO
- LAS COTAS ESTAN EN METROS
- LOS NIVELES ESTAN EN METROS
- VERIFICAR MEDIDAS EN OBRA

- N.P.T.
- A → INDICA CANCEL DE ALUMINIO CON CRISTAL ESMERILADO O FLOTADO.
 - B → INDICA CAMBIO DE NIVEL
 - C → INDICA COTA A PÁNO
 - D → INDICA COTA A EJE
 - E → INDICA COTA DE PÁNO A EJE
 - F → INDICA COTA DE PÁNO A EJE

**PLANTA
TERRAZA
ALBANILERIA**

Plano:

ALB-07-N.dwg

Folio:

2004

Escala:

1:200

Archivo:

ALB-07-N.dwg

Editor:

Torre Norte

Nivel:


VARIOS

Serie:

ESTAVILLO LARA CHRISTIAN

Cole:

ALB-07

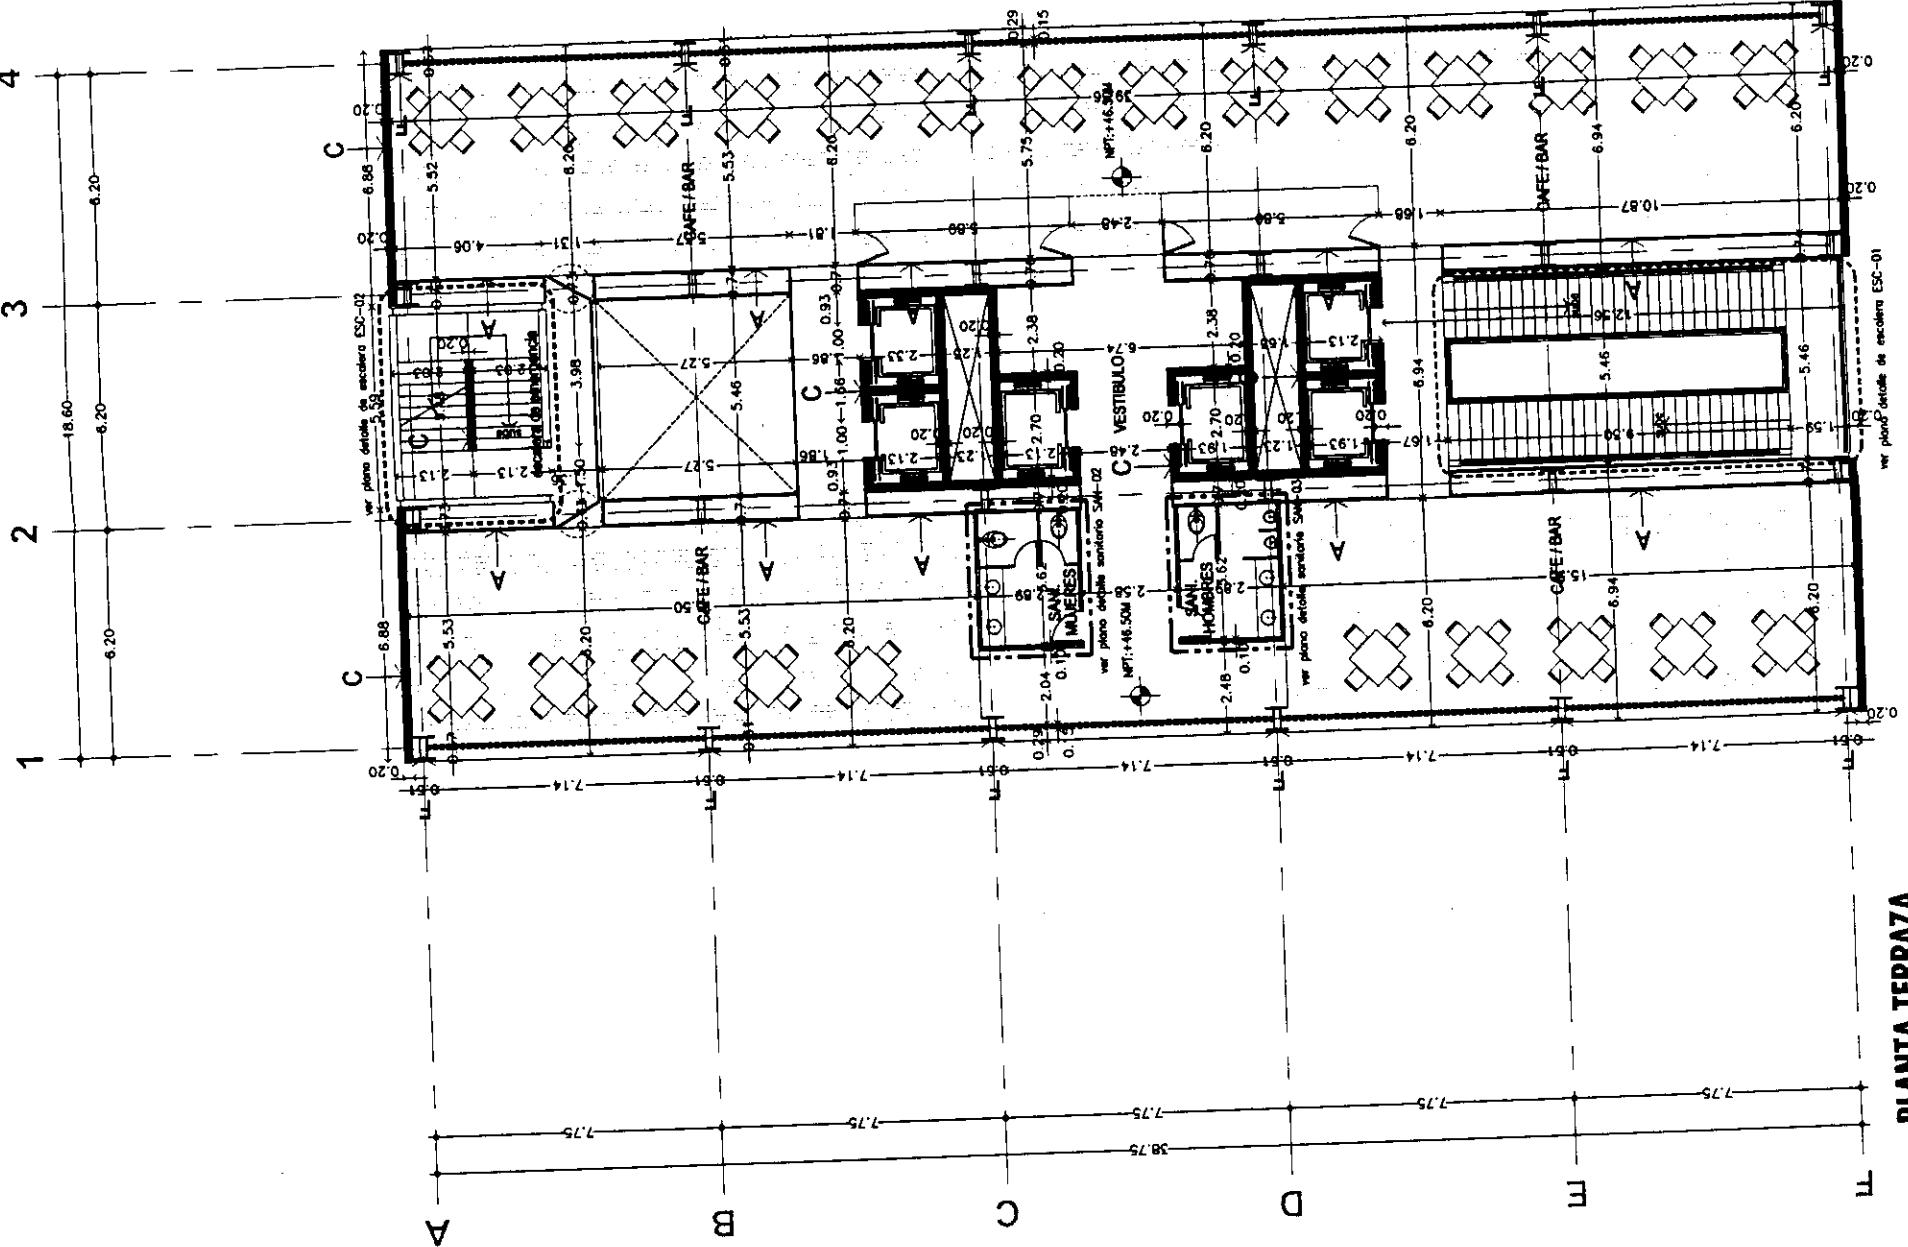



TESIS PROFESIONAL
CENTRO INTEGRAL
VIZCAÍNAS

Ubicación:
EJE CENTRAL LAZARO CARDENAS Y VIZCAÍNAS
CENTRO HISTÓRICO - PERÍMETRO "A"
DELEGACIÓN CUAUHTÉMOC

Orientación:
NORTE

Cognos de ubicación:

Símbolo:
LAS COTAS IGEN AL DIBUJO.
LOS NIVELES ESTAN EN METROS.
VERIFICAR MEDIDAS EN DIBUJO.

N.P.T. INDICA NIVEL DE PISO TERMINADO
INDICA CAMBIO DE NIVEL
— INDICA COTA A PISO
↔ INDICA COTA A DE
— INDICA COTA DE PISO A EJE

Symbolo:
LAS COTAS IGEN AL DIBUJO.
LOS NIVELES ESTAN EN METROS.
VERIFICAR MEDIDAS EN DIBUJO.

N.P.T. INDICA NIVEL DE PISO TERMINADO
INDICA CAMBIO DE NIVEL
— INDICA COTA A PISO
↔ INDICA COTA A DE
— INDICA COTA DE PISO A EJE

A INDICA CANCEL DE ALUMINIO
CON CRISTAL ESMERILADO O FLOTADO.

B INDICA MURO DE TANQUE RODO CON UN
DE 7.1 X 1.70 CMS.

C INDICA MURO DE CONCRETO ARMADO

D INDICA PINECLOADO DE CONCRETO ARMADO
(VER MURO ESTRUCTURAL)


E INDICA MURO DE TABLAMIENTO DUROCK

F INDICA COLUMNAS DE ACERO


PLANTA
HABITACIONES
ALBANILERIA

Plano: 2004 [Escala: 1:200]
Edificio: ALB-07-N.wtg
Número: TORRE NORTE
Sectión: ALB-08

Nombre: ESTAVILLO LARA CHRISTIAN
Calle: ALB-08

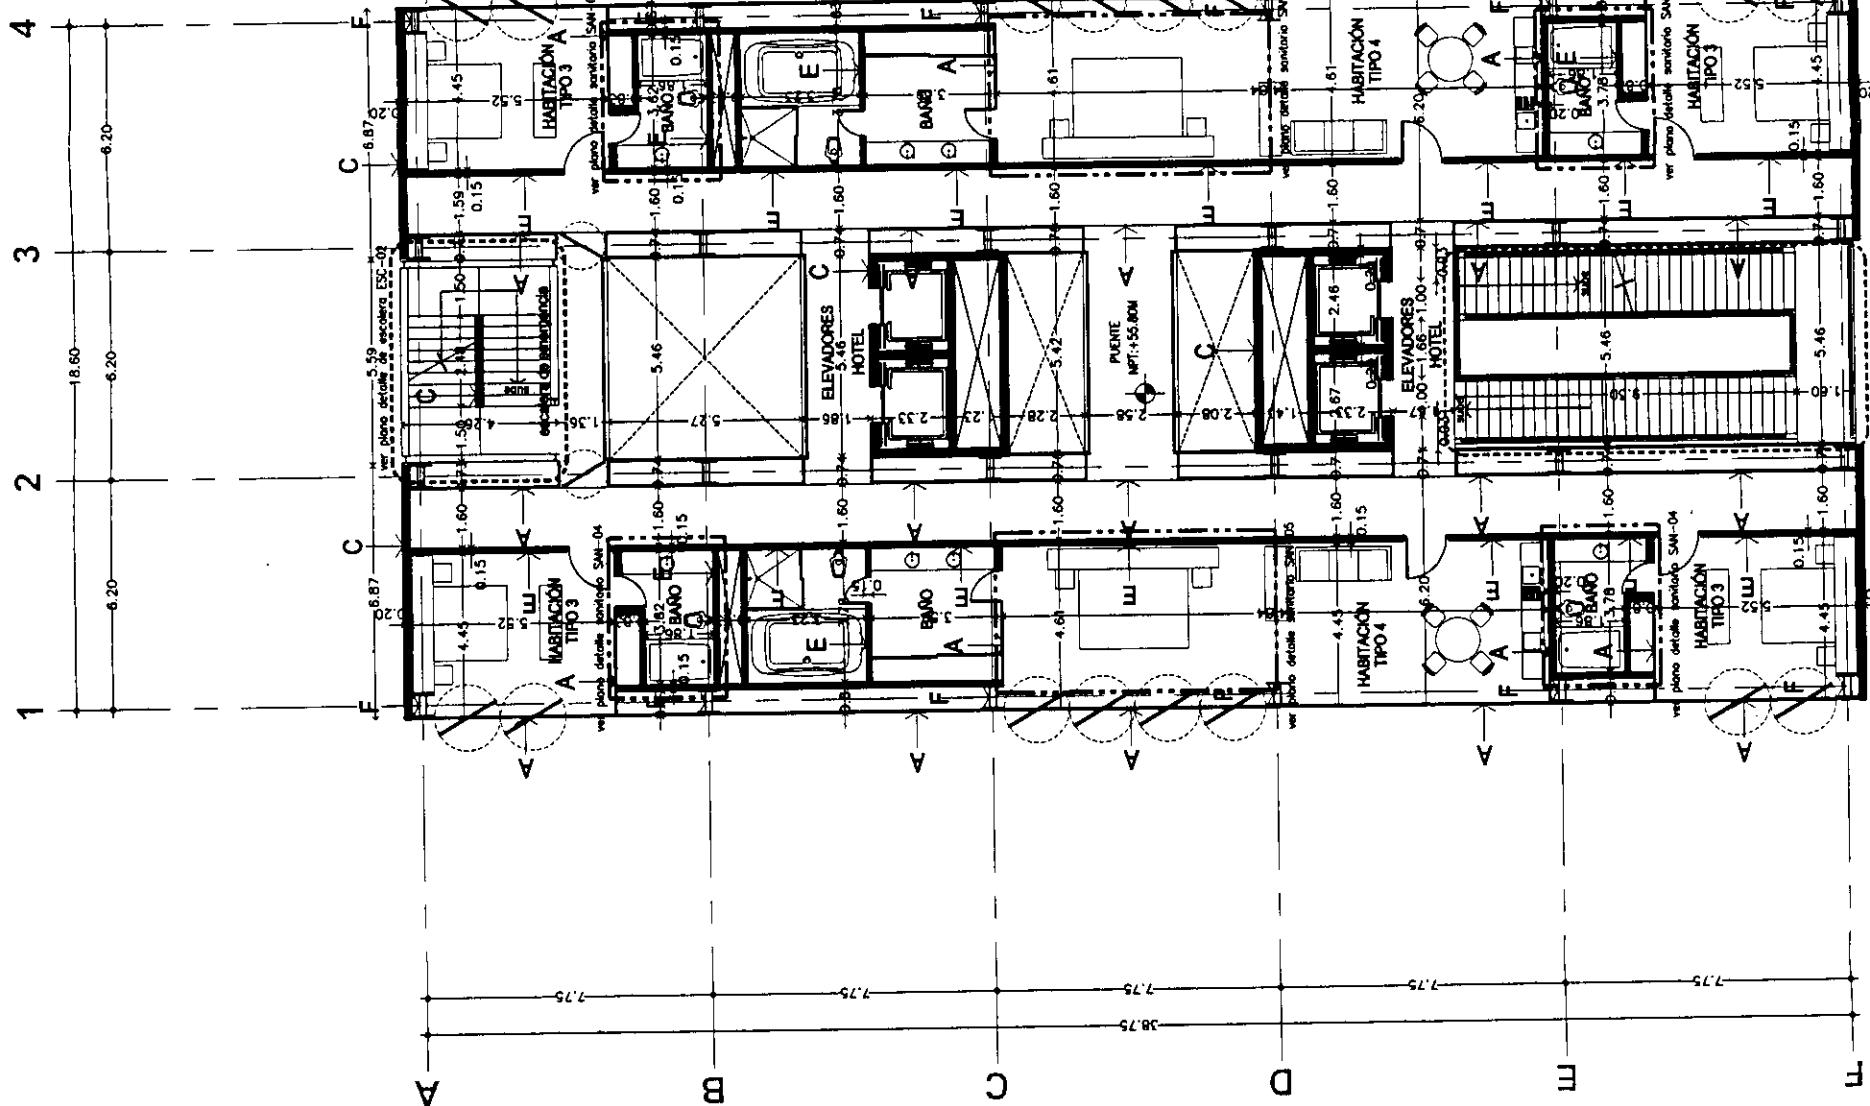

PLANTA HABITACIONES TIPO 3-4
ver plano detalle de sección ESC-01
NIVELES +55.80m, 65.10m, 74.40m, 83.70m, 93.00m, 102.30m
TORRE NORTE

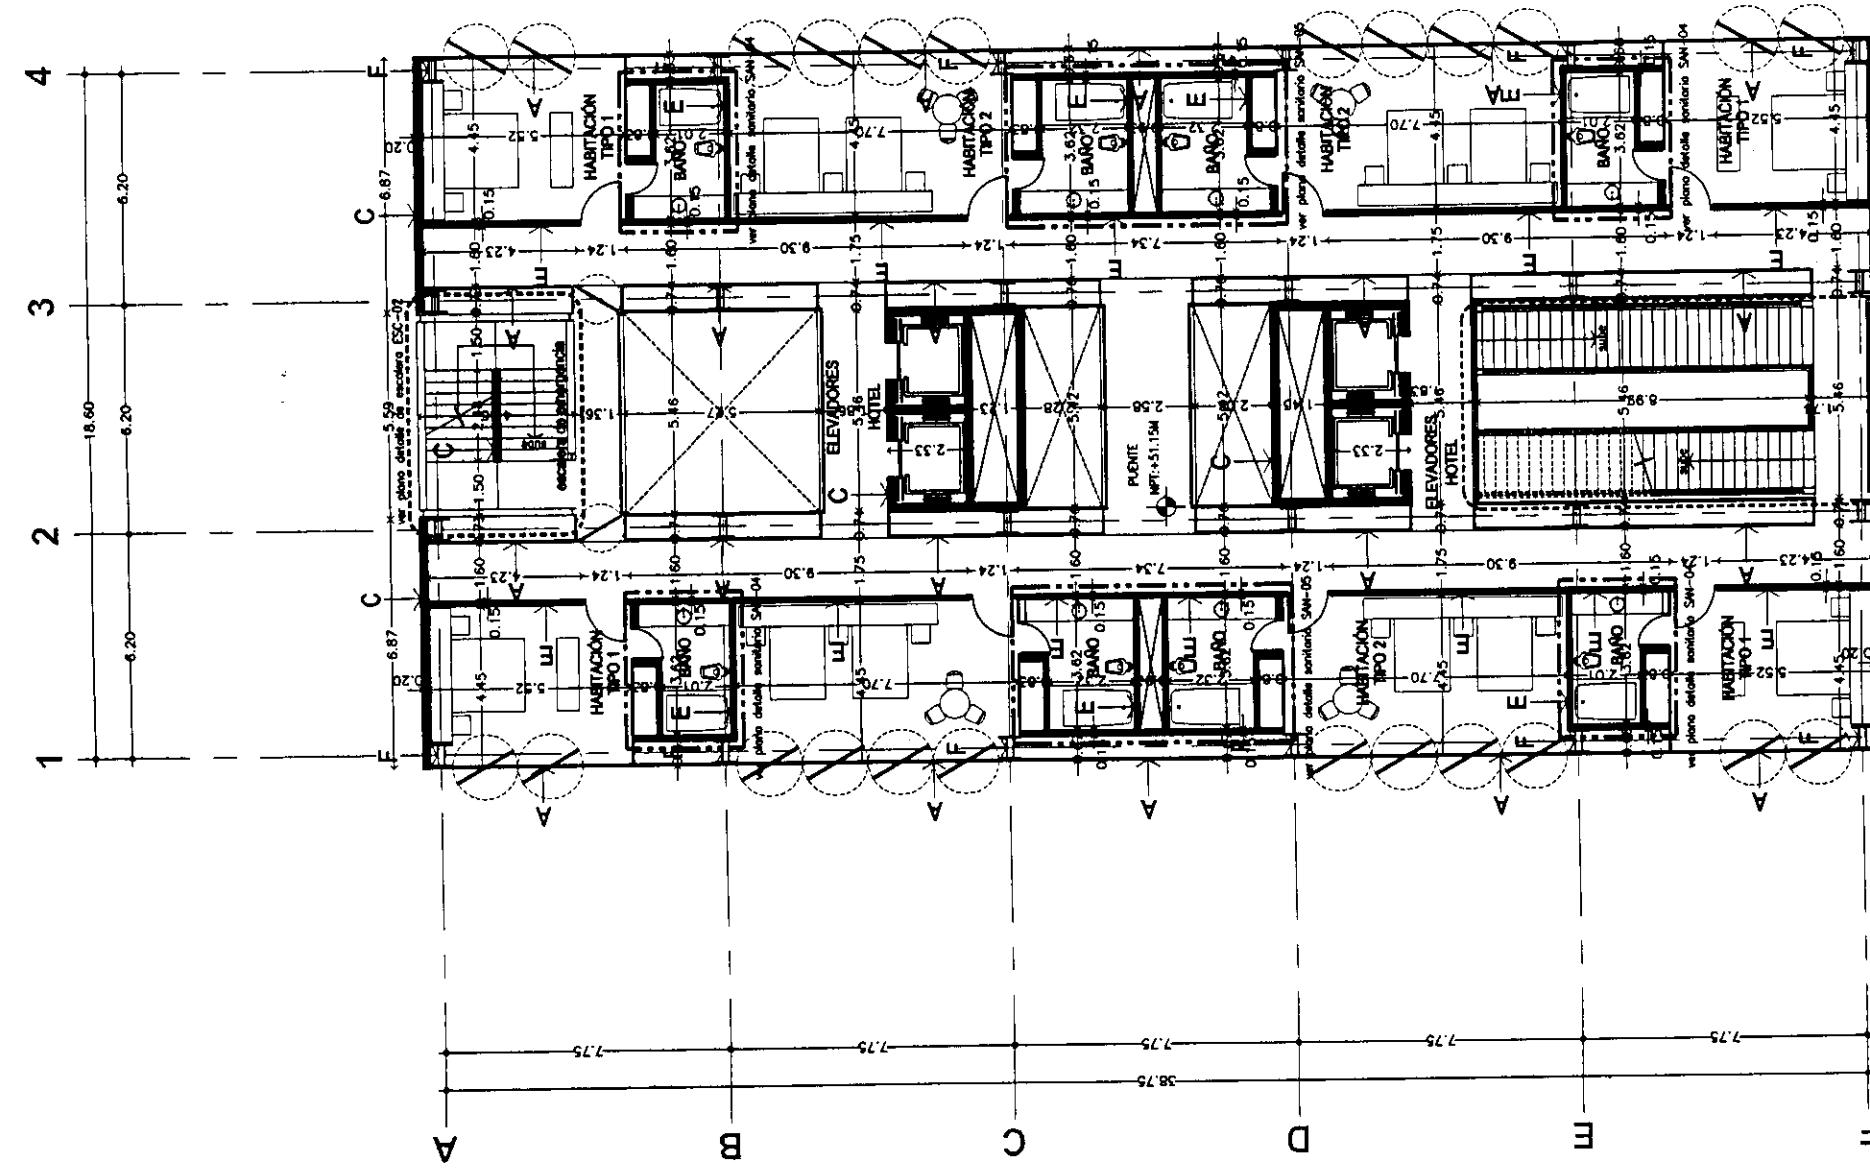


PLANTA HABITACIONES TIPO 1-2
ver plano detalle de sección ESC-01
NIVELES +51.15m, 60.45m, 69.75m, 79.05m, 88.35m, 97.65m
TORRE NORTE



**CENTRO INTEGRAL
VIZCAÍNAS**

Proyecto: **TESIS PROFESIONAL**

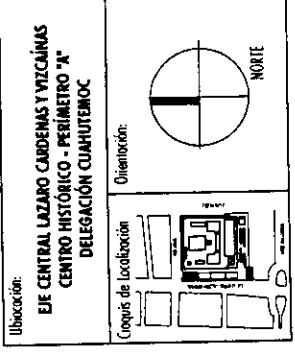

Simbología:

- LAS COTAS RIGEN AL DIBUJO
- LAS COTAS ESTAN EN METROS
- LOS NIVELES ESTAN EN METROS
- VERIFICAR MEDIDAS EN OBRA
- N.P.T. INDICA NIVEL DE PISO TERMINADO
- INDICA CAMBIO DE NIVEL
- ↔ 2.00 INDICA COTA A PISO
- ↔ 2.00 INDICA COTA A EJE
- ↔ 2.00 INDICA COTA DE PISO A EJE

- A INDICA CANSEL DE ALUMINIO CON CRISTAL ESMERILADO O FLORADO.
- B INDICA MURO DE TABIQUE ROJO COMUN DE 7 X 14 X 28 CMS.
- C INDICA MURO DE CONCRETO ARMADO (VER PLANO ESTRUCTURAL)
- D INDICA PRECOLADO DE CONCRETO ARMADO (VER PLANO ESTRUCTURAL)
- E INDICA MURO DE PANEL DE TABLAICMENTO DURORICK
- F INDICA COLUMNA DE ACERO


PLANO: **PLANTA DE AZOTEA ALBANILERIA**

Fecha: 20/04 Escala: 1:200

Archivo: ALB-09-N.dwg

Nombre: ESTAVILLO LARA CHRISTIAN

Código: ALB-09

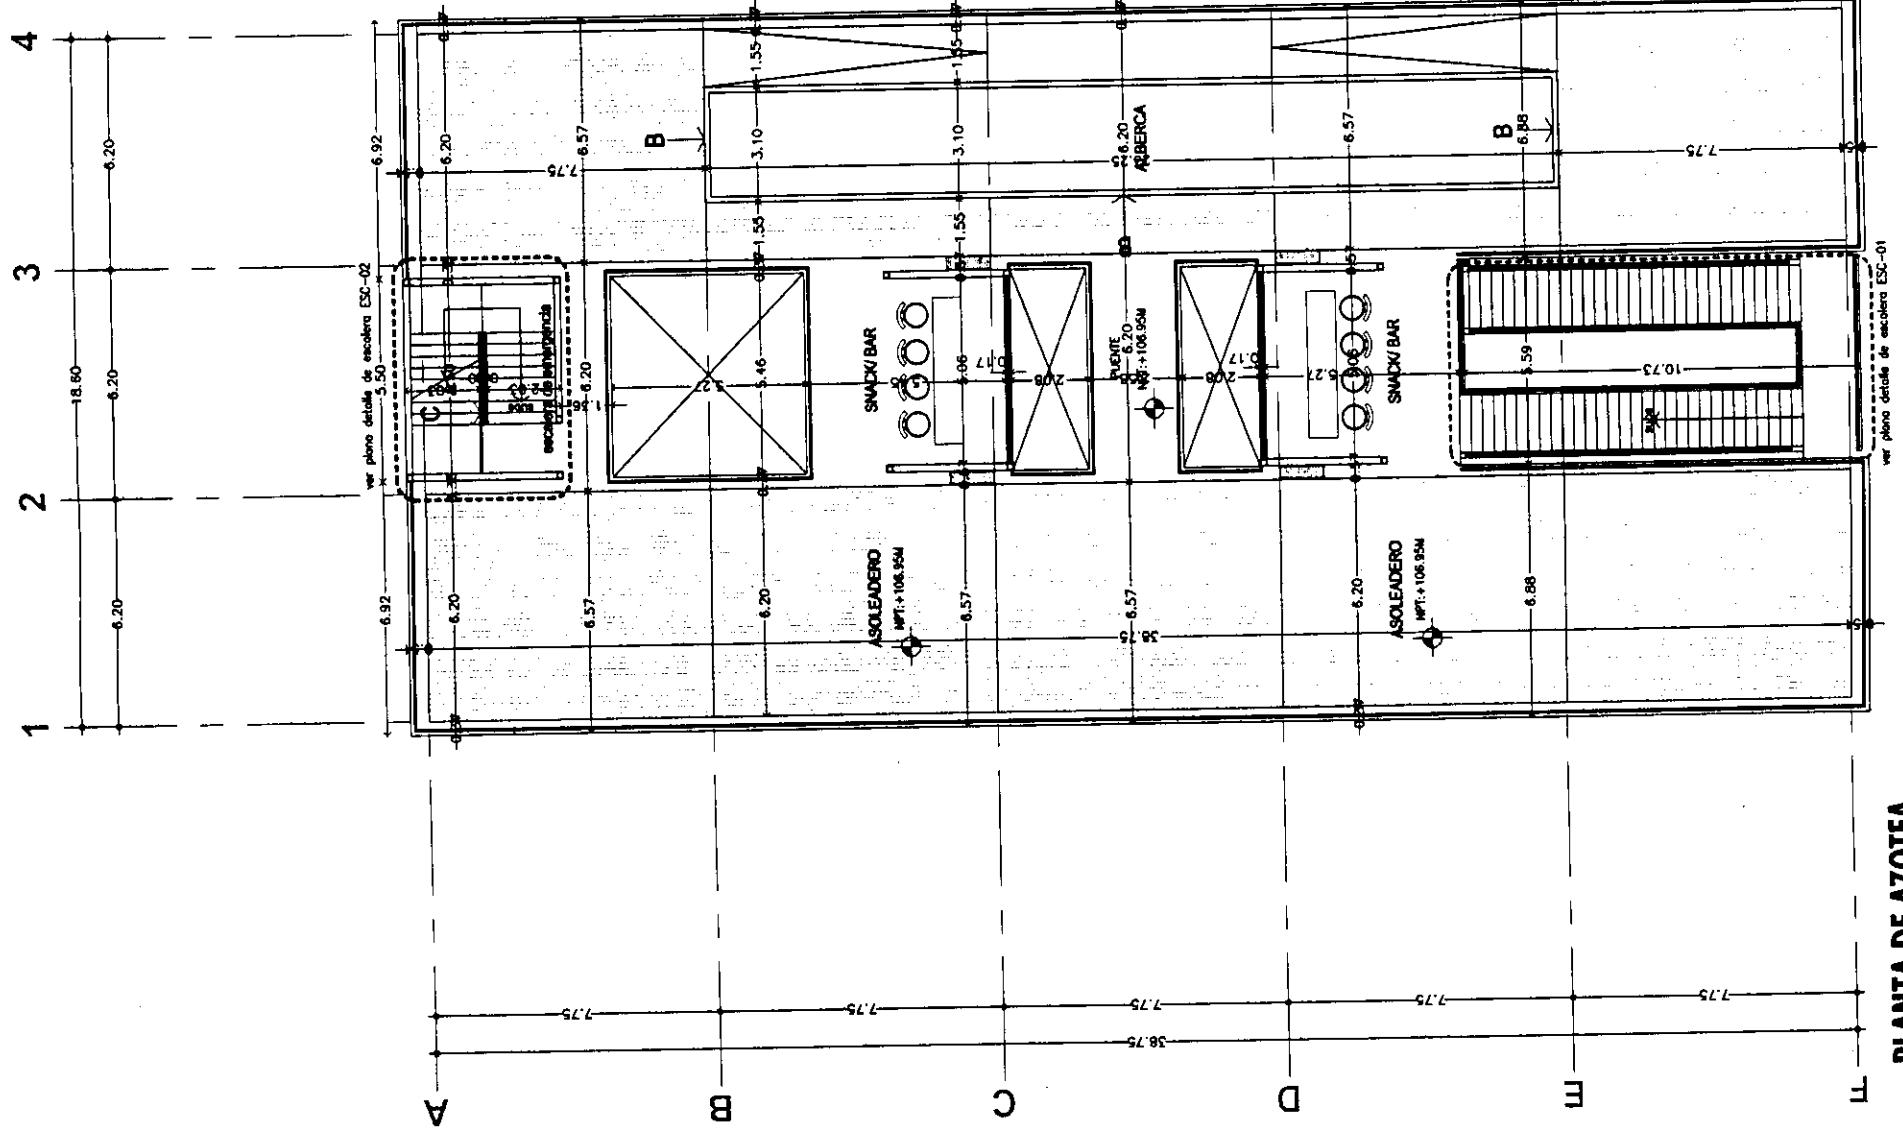

PLANTA DE AZOTEA
NIVEL + 106.95m
TORRE NORTE

CENTRO INTEGRAL VIZCAÍNAS

Proyecto: TESIS PROFESIONAL



SINCRON
EL CENTRO HISTÓRICO - PERÍMETRO A.
DELEGACIÓN CUAUHTEMOC
Unidad:

INDICA NIVEL DE OCEANO
LAS COTAS RIGEN AL DIAÑO
LAS COTAS ESTAN EN CENTÍMETROS
LOS MÉSSES ESTAN EN METROS
INDICA MEDIDAS EN OTRA
INDICA MEDIDA DE ÁREA
INDICA COTA A ALTURA
INDICA COTA DE PISO A ALTURA
INDICA NIVEL DE OCEANO A ALTURA
Sistema:

CORTE POR FACHADA 1

CF-01-A

ESTAVILLO LARA CHRISTIAN


Plano: CF-01-A

Escala: 1:500

Altura: 2004

Año:

Ver Plano:

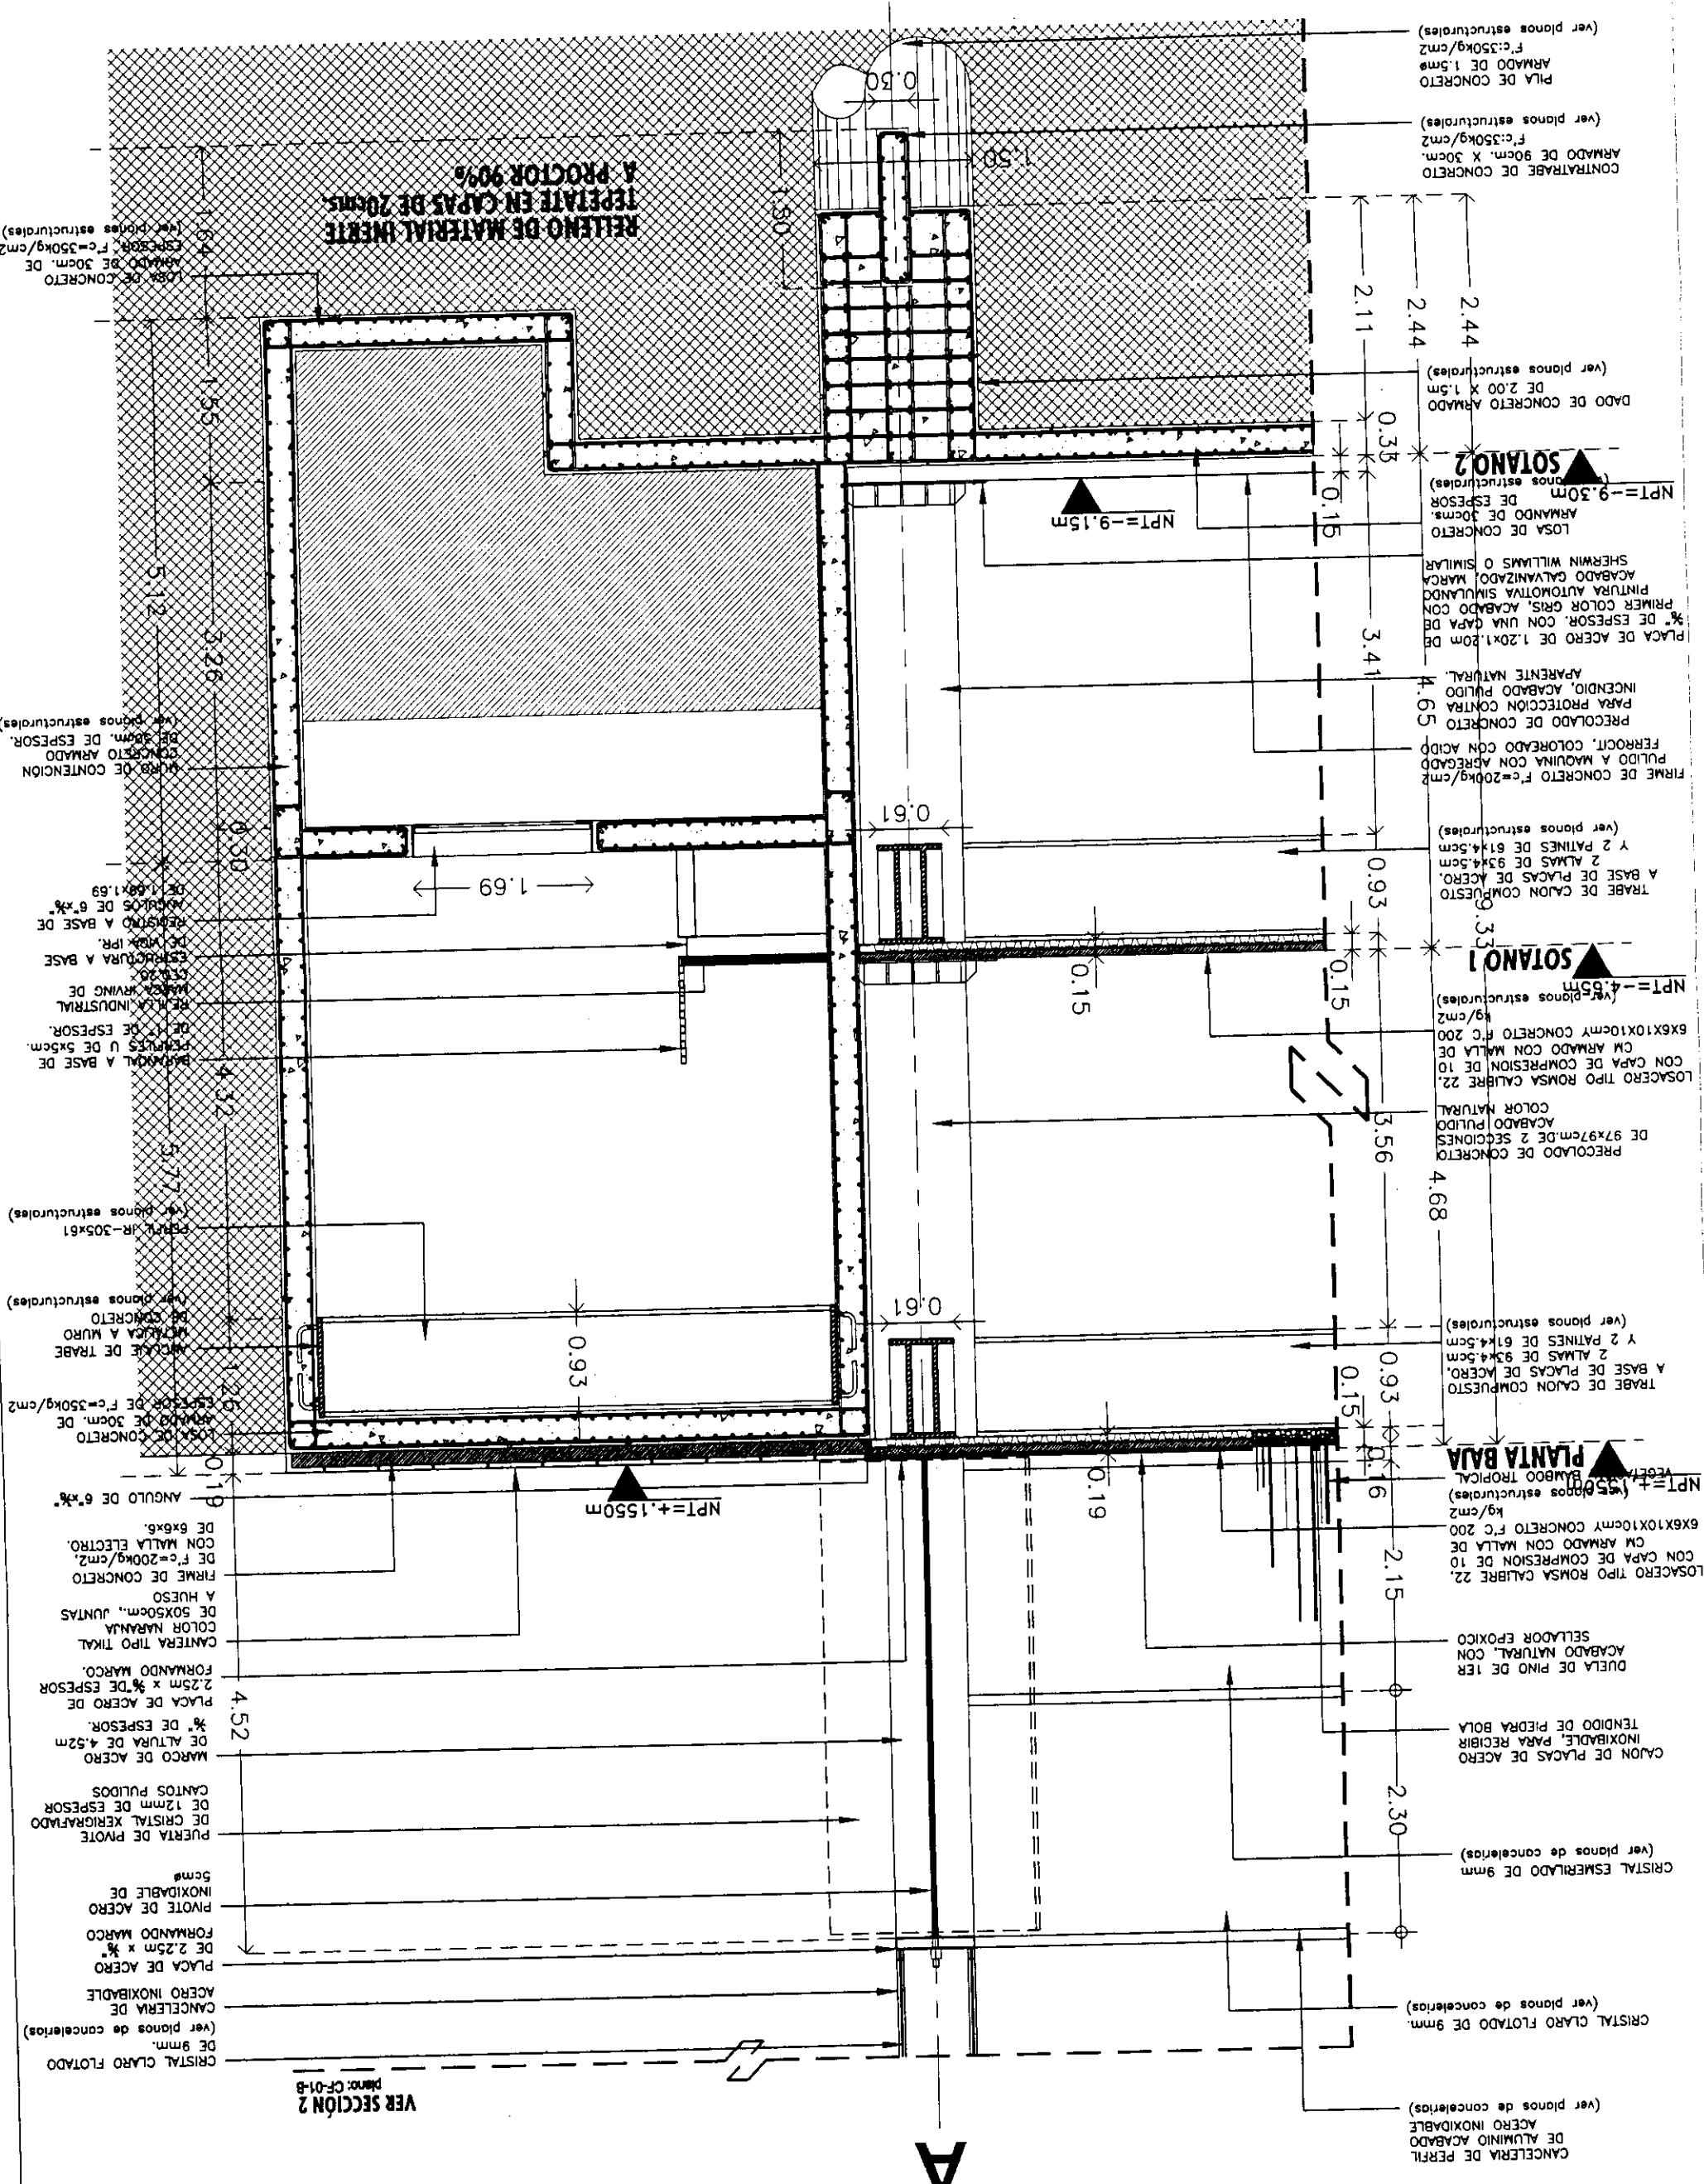



**CENTRO INTEGRAL
VIZCAÍNAS**

TESIS PROFESIONAL

Diseño:
CENTRAL ALTA TENSIONES Y VIZCAÍNAS
DISEÑO HISTÓRICO. PERMITO N°:
VER SECCIÓN 3


Sección:
LAS COTAS RIGEN AL INIJO
LAS COTAS ESTAN EN CENTIMETROS
LOS NIVELES ESTAN EN METROS
VERIFICAR MEDIDAS EN OBRA

INDICA NIVEL DE PISO TERMINADO
INDICA CAMBIO DE NIVEL
INDICA COTA A EJE
INDICA COTA DE PISO A EJE


**CORTE
POR FACHADA I**

Folio	Expte	Edificio	Altura	Torre Norte	Nivel	Serie
CF-01-B	1-59	CF-10-NWd	2004	ESTAVILLO LARA CHRISTIAN	Line	

VER SECCIÓN 1
Piso CF-01-C

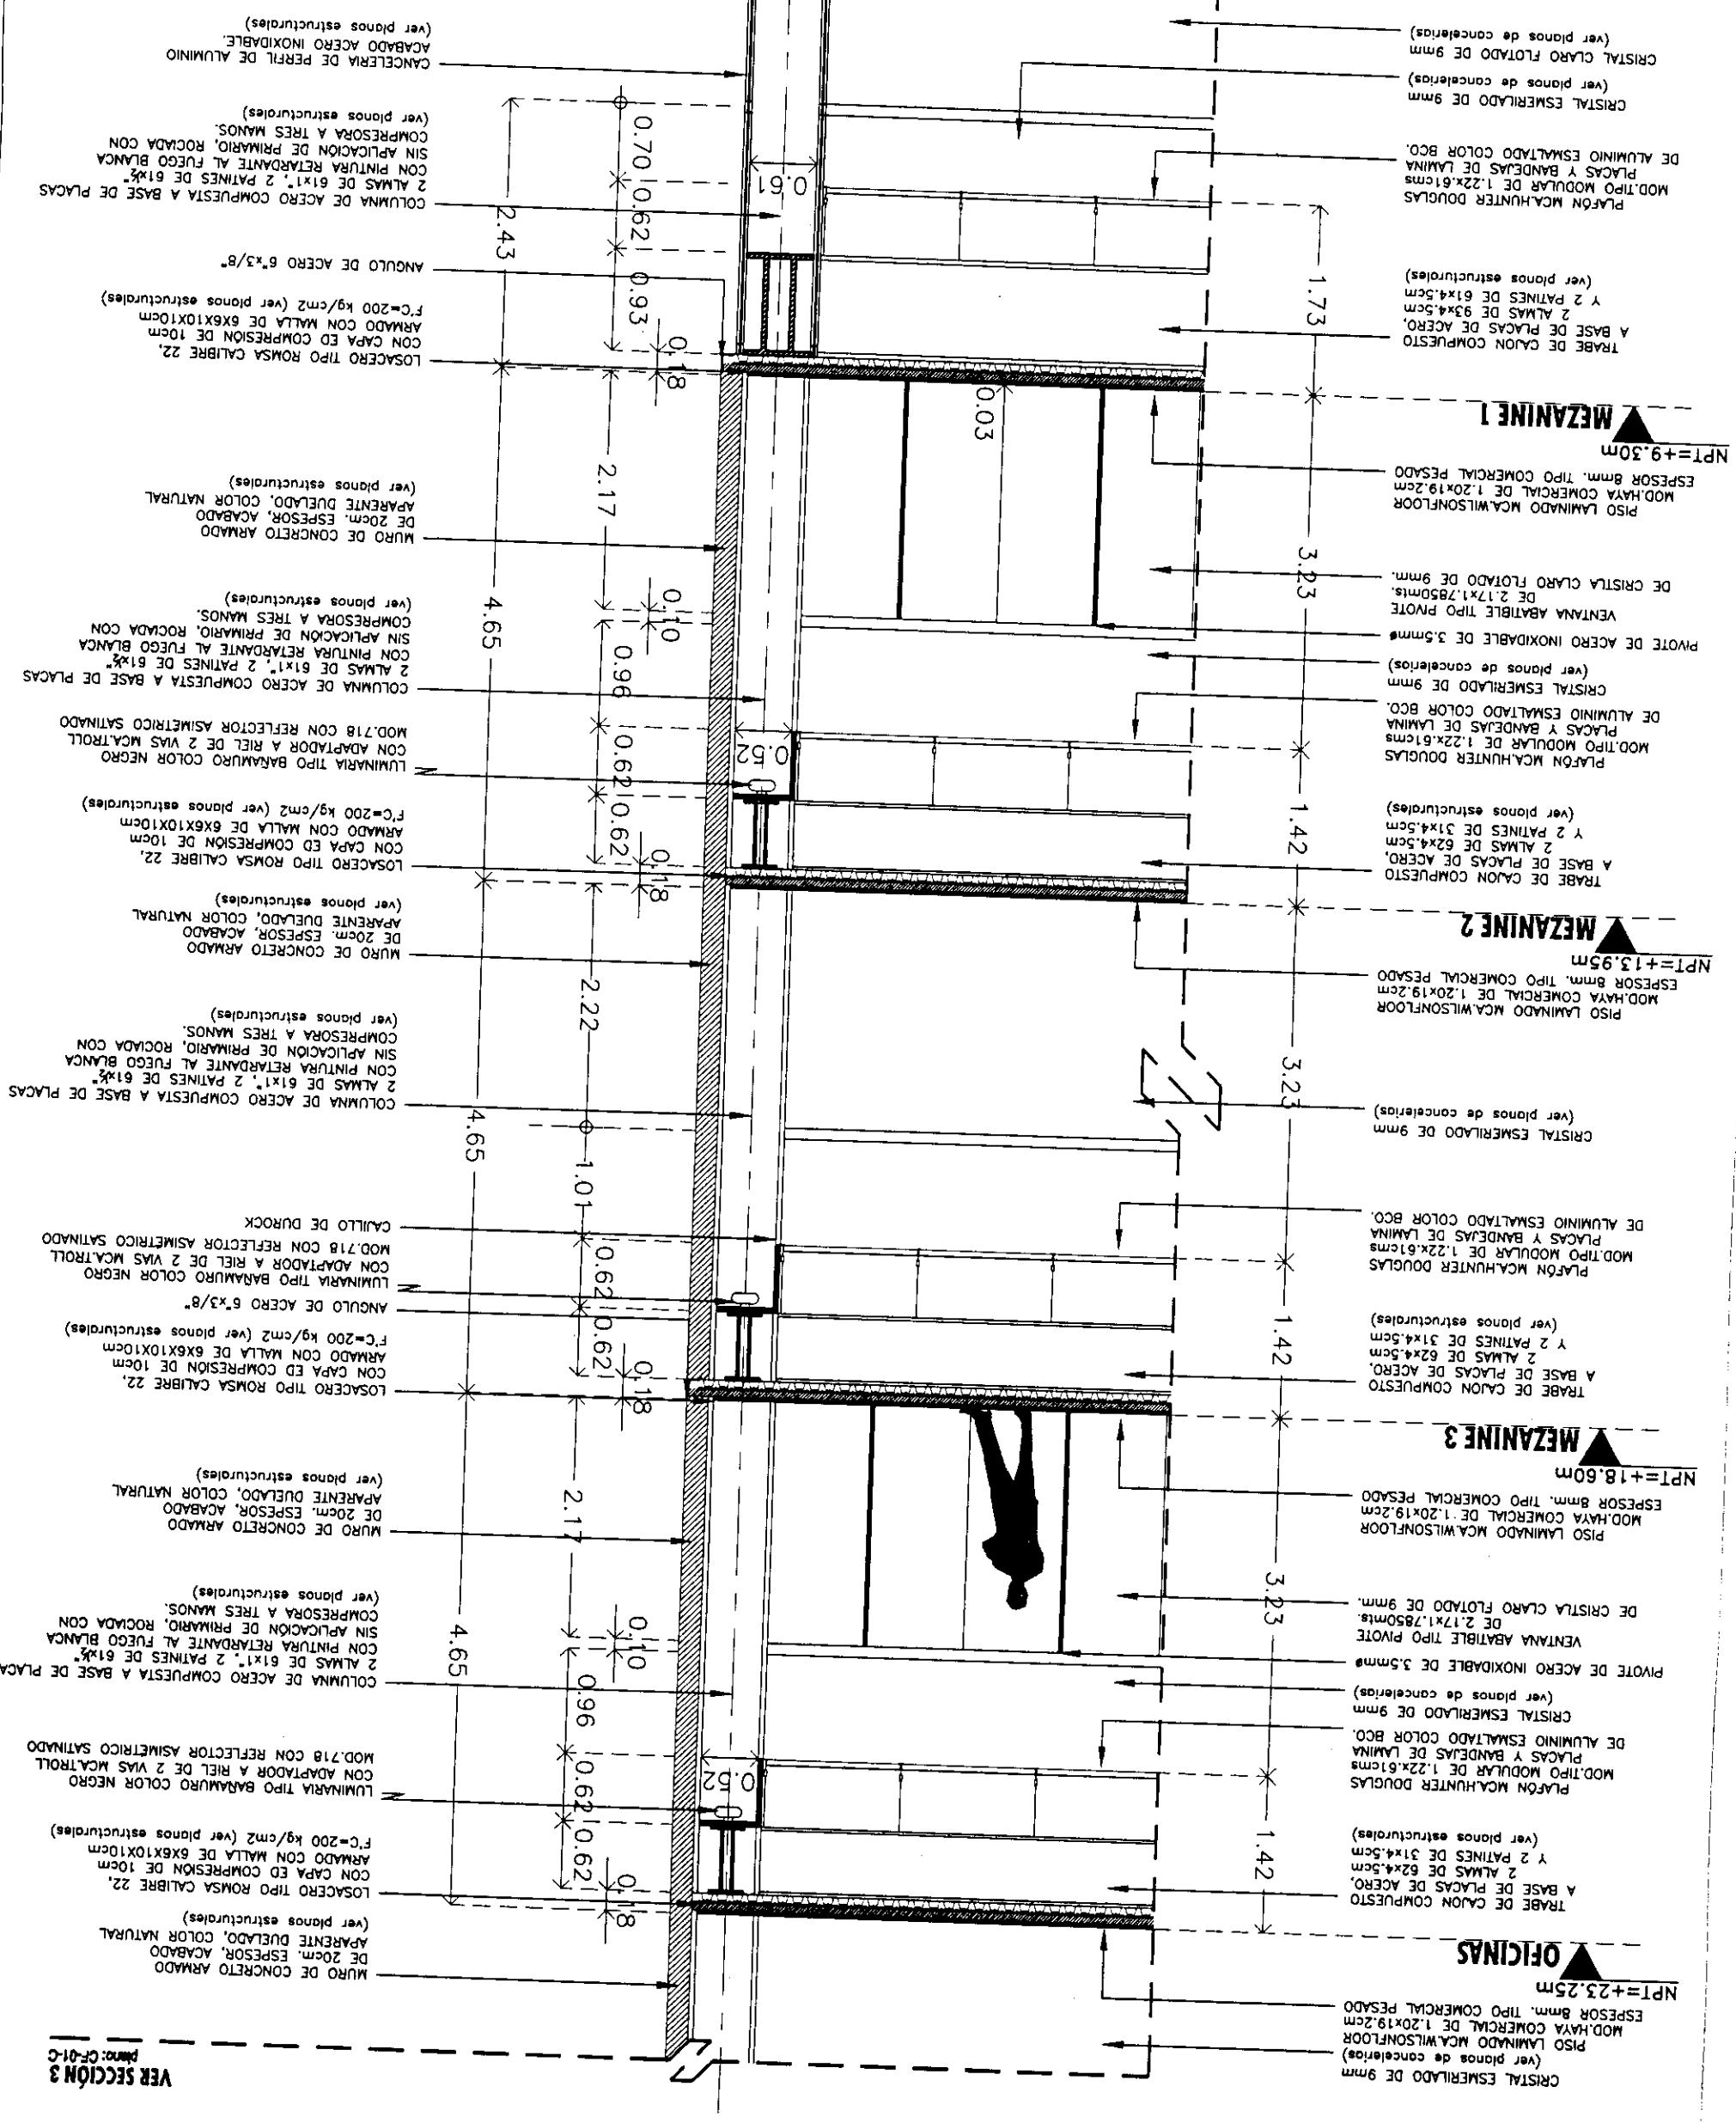

A

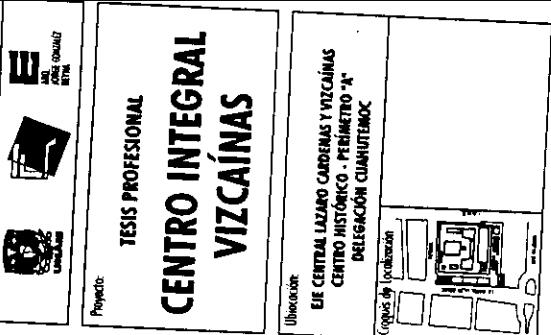

CENTRO INTEGRAL
VIZCAÍNAS

100

THEODORE

CENTRO INTEGRADO DE INVESTIGACIONES

DEPARTAMENTO
CENTRAL LAZARO CARDENAS Y VIZCAINA
CENTRO HISTÓRICO "PERIMETRO "A"
DELEGACIÓN CUAUHTÉMOC

Simbología:

- LAS COTAS INICIA AL DIBUJO
- LAS COTAS ESTAN EN CENTÍMETROS
- LOS NIVELES ESTAN EN MÉTRICOS
- VERIFICAR NERCIOS EN OBRA

INDICA NIVEL DE PISO TERMINADO

INDICA CAMBIO DE NIVEL

INDICA COTA A PISO

INDICA COTA A ESE

INDICA COTA DE PISO A ESE

CORTE
POD

POR FACHADA 1

Page 159

CF-01-N-404

TORRE NORTE



卷之三


ESTAVILLO LARA CHRISTIAN


CF-01-C

100

卷之三

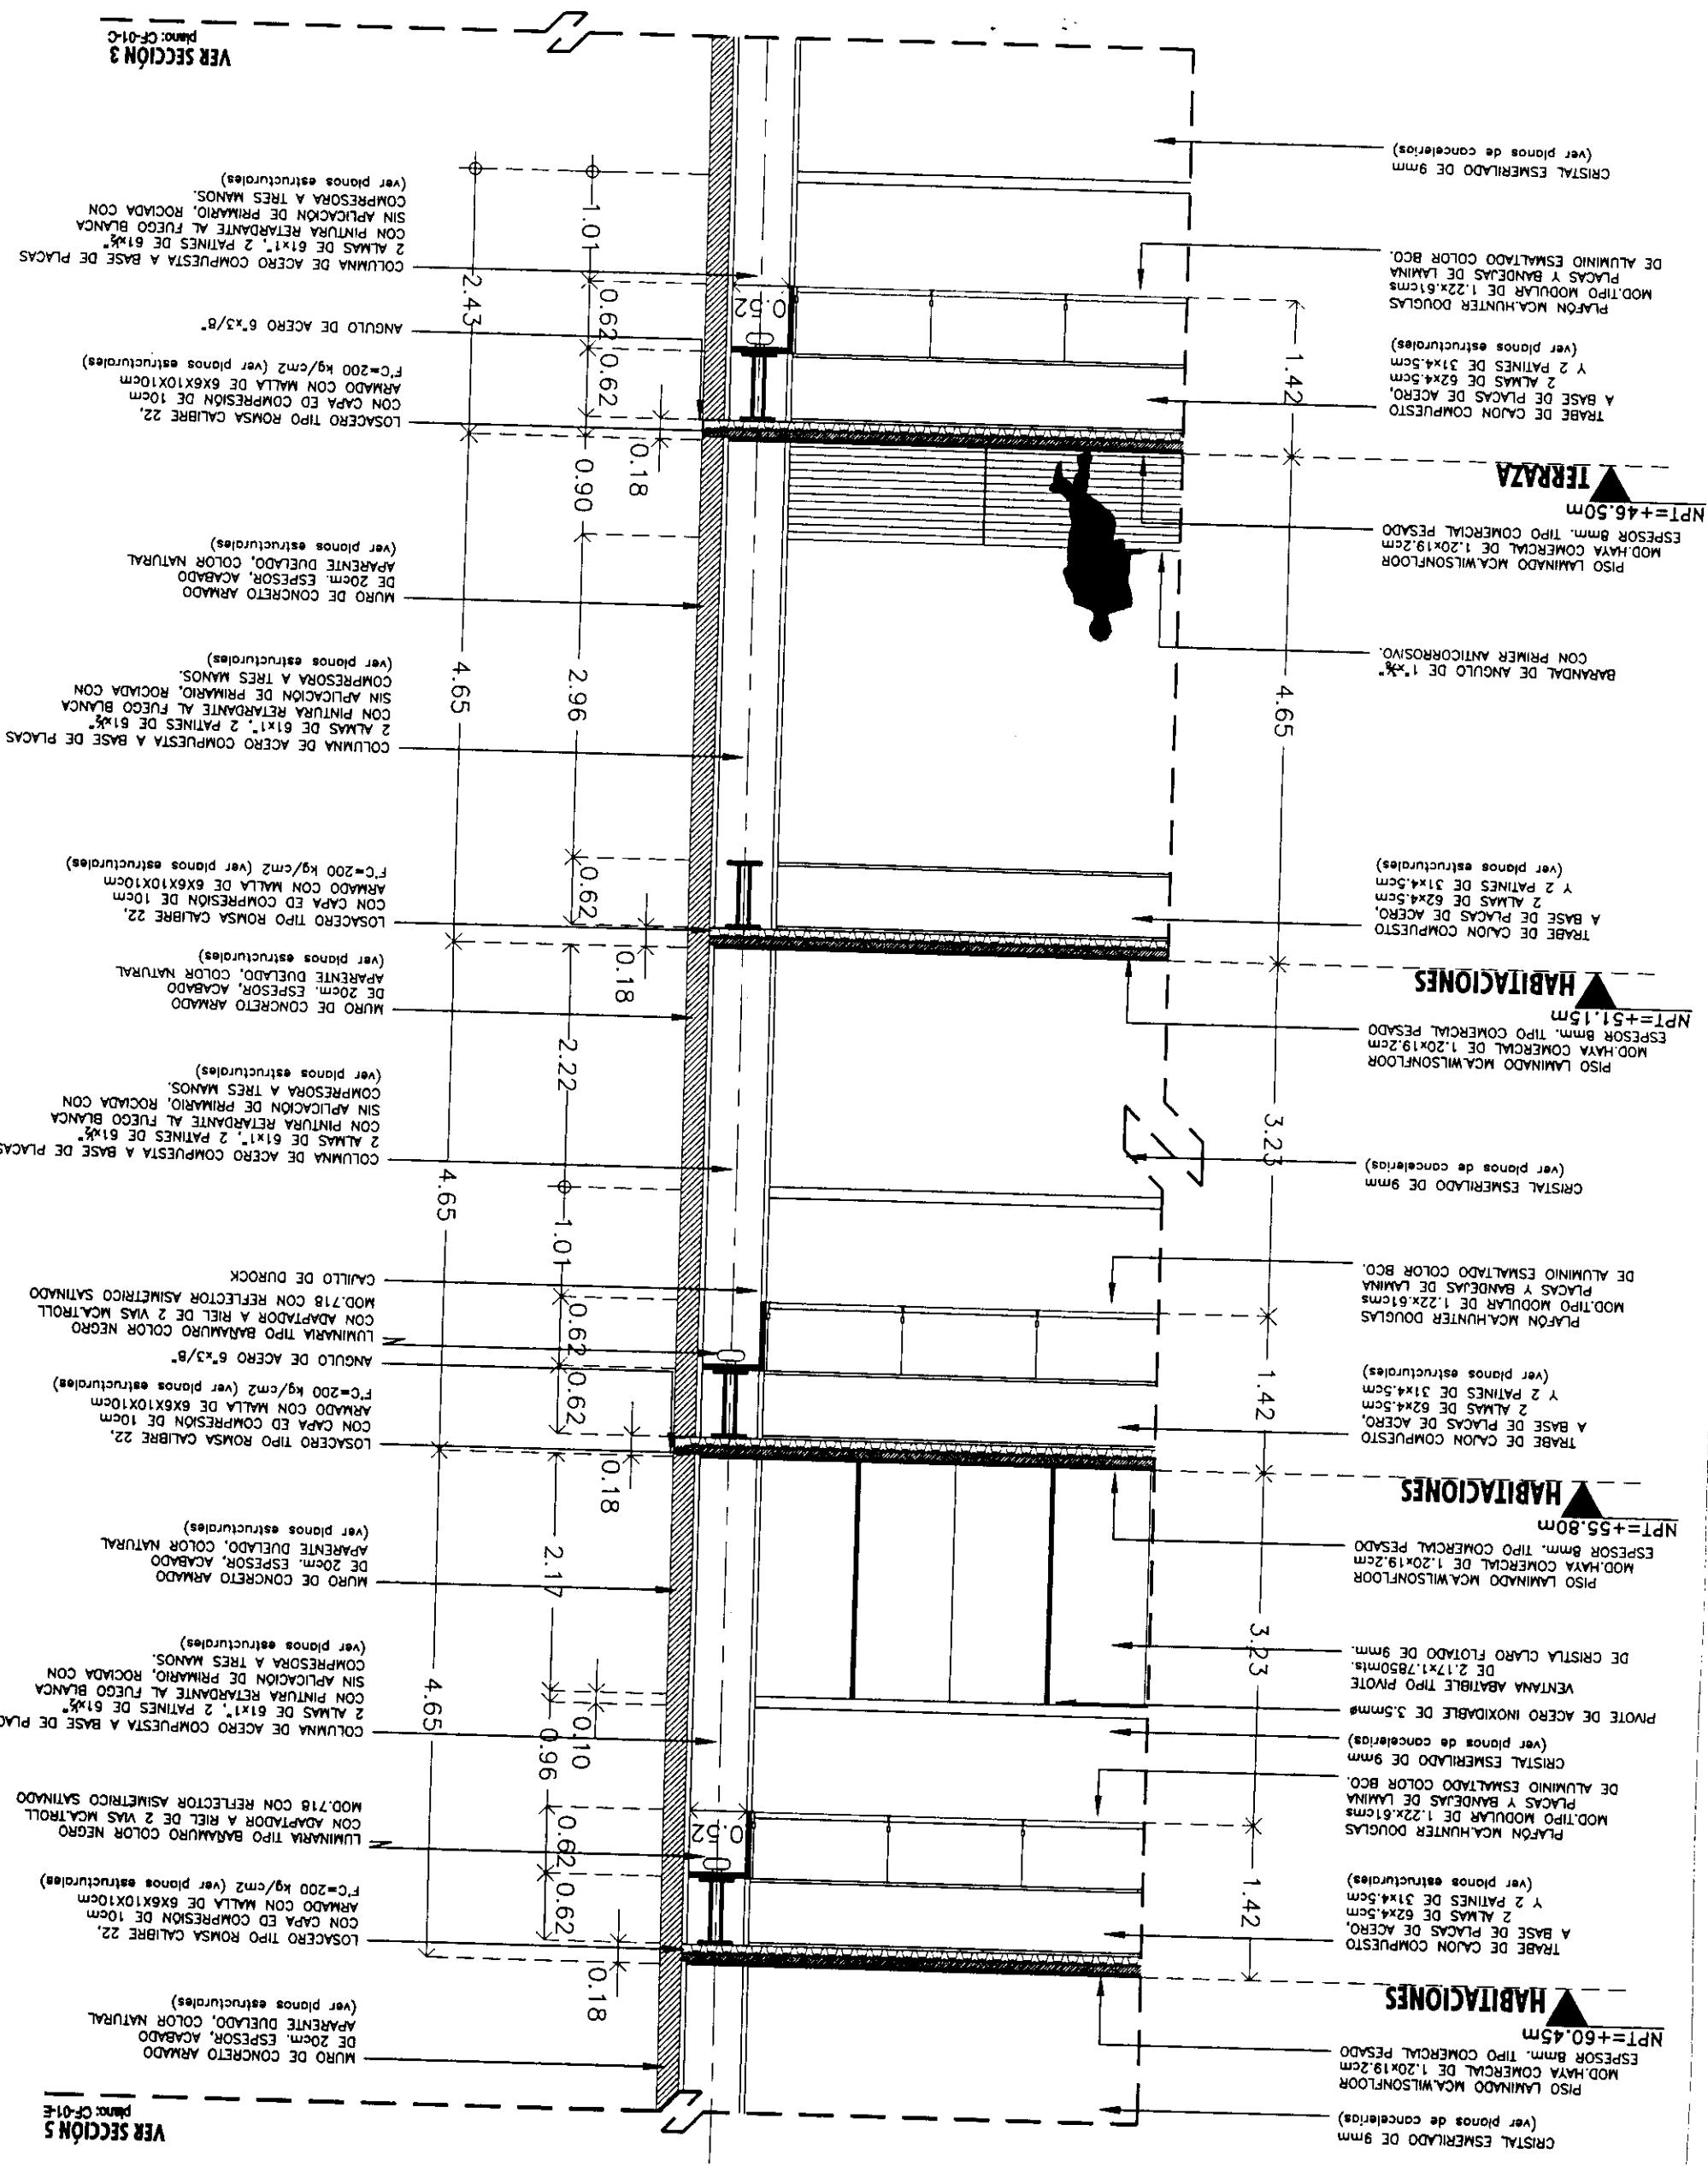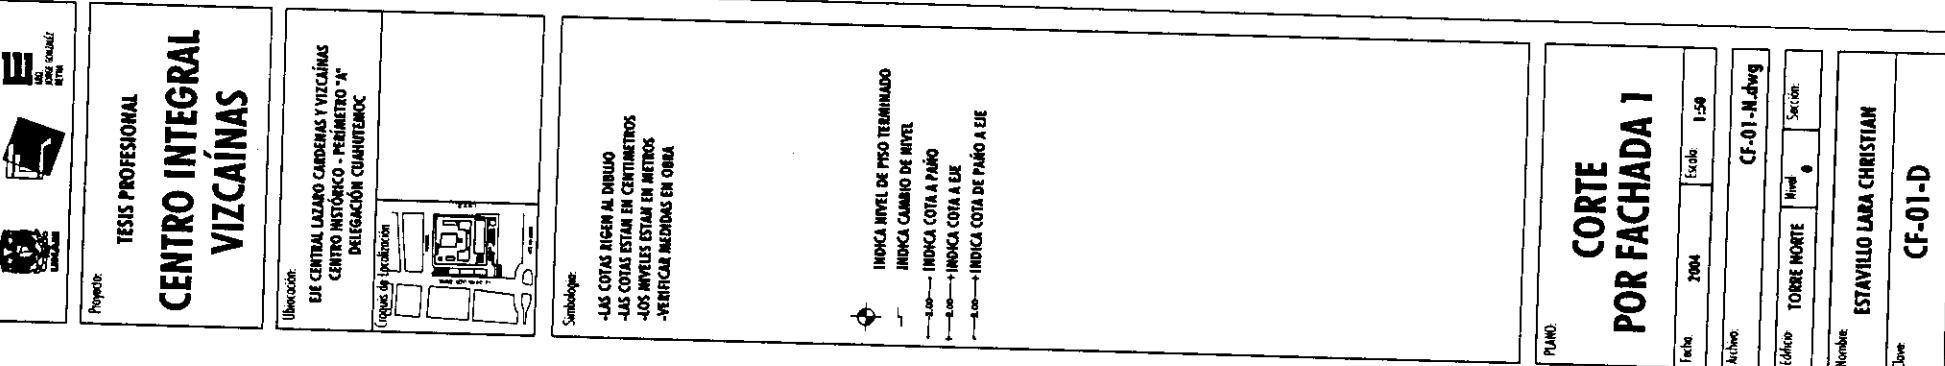

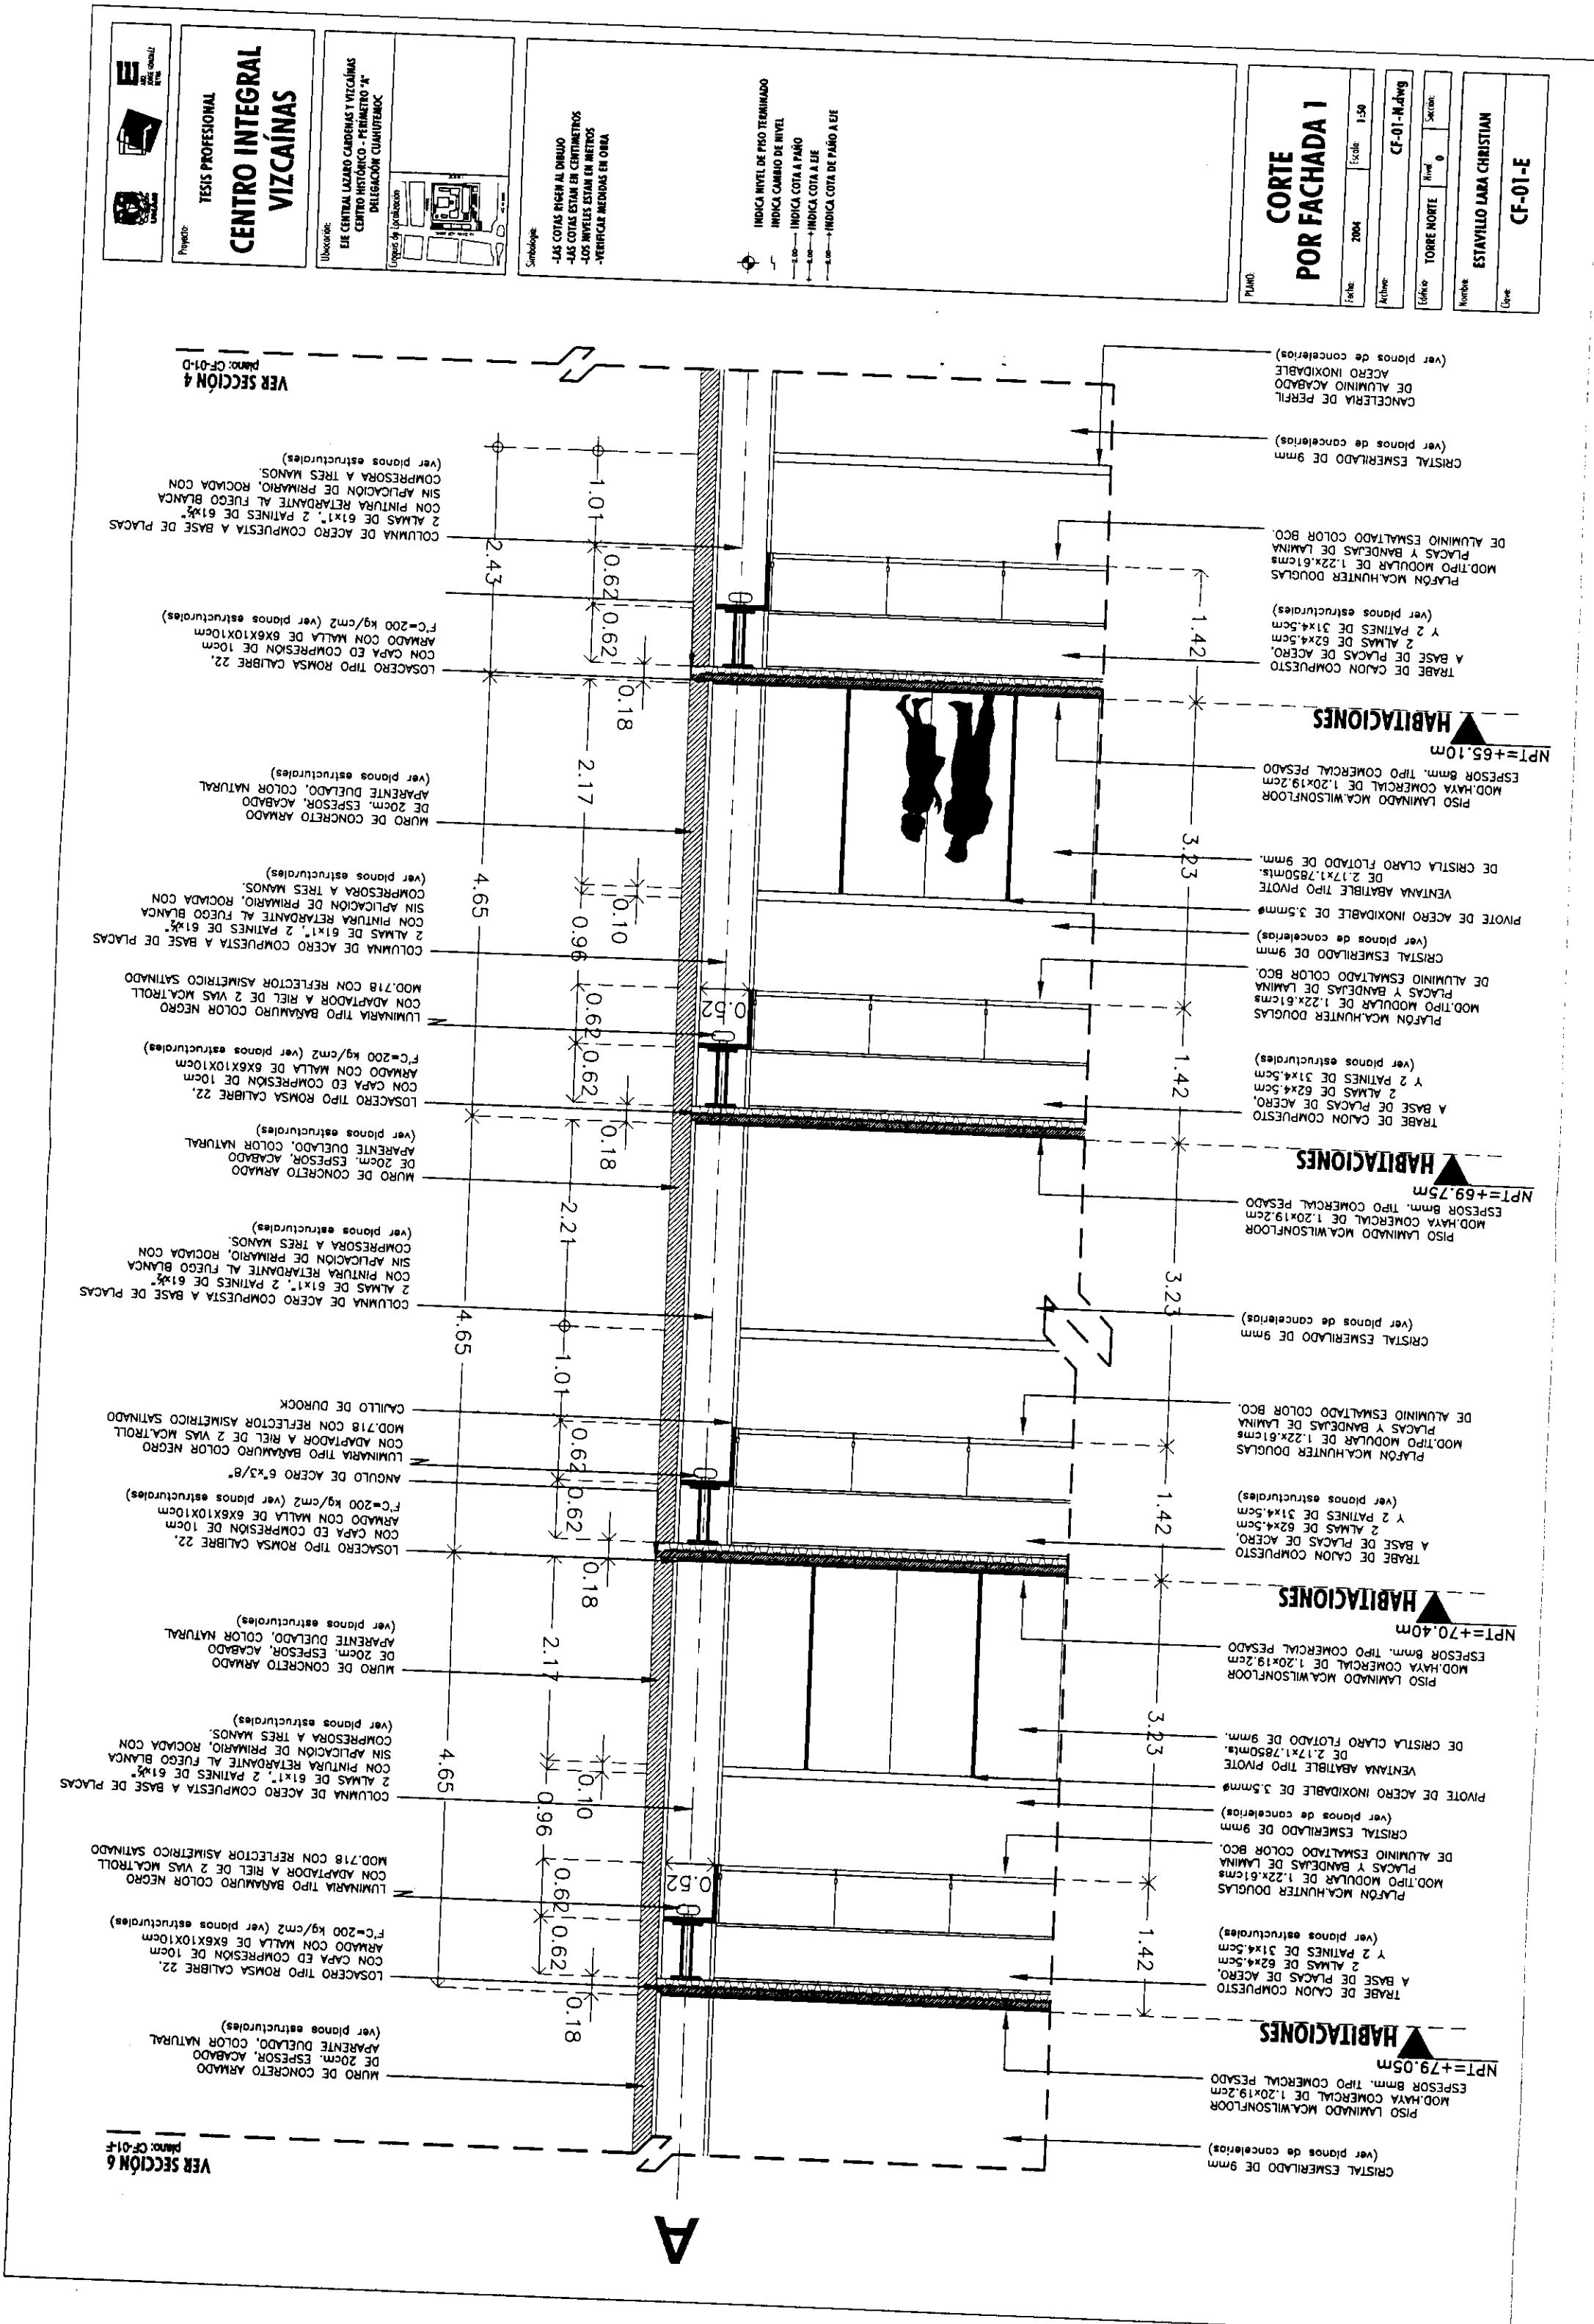

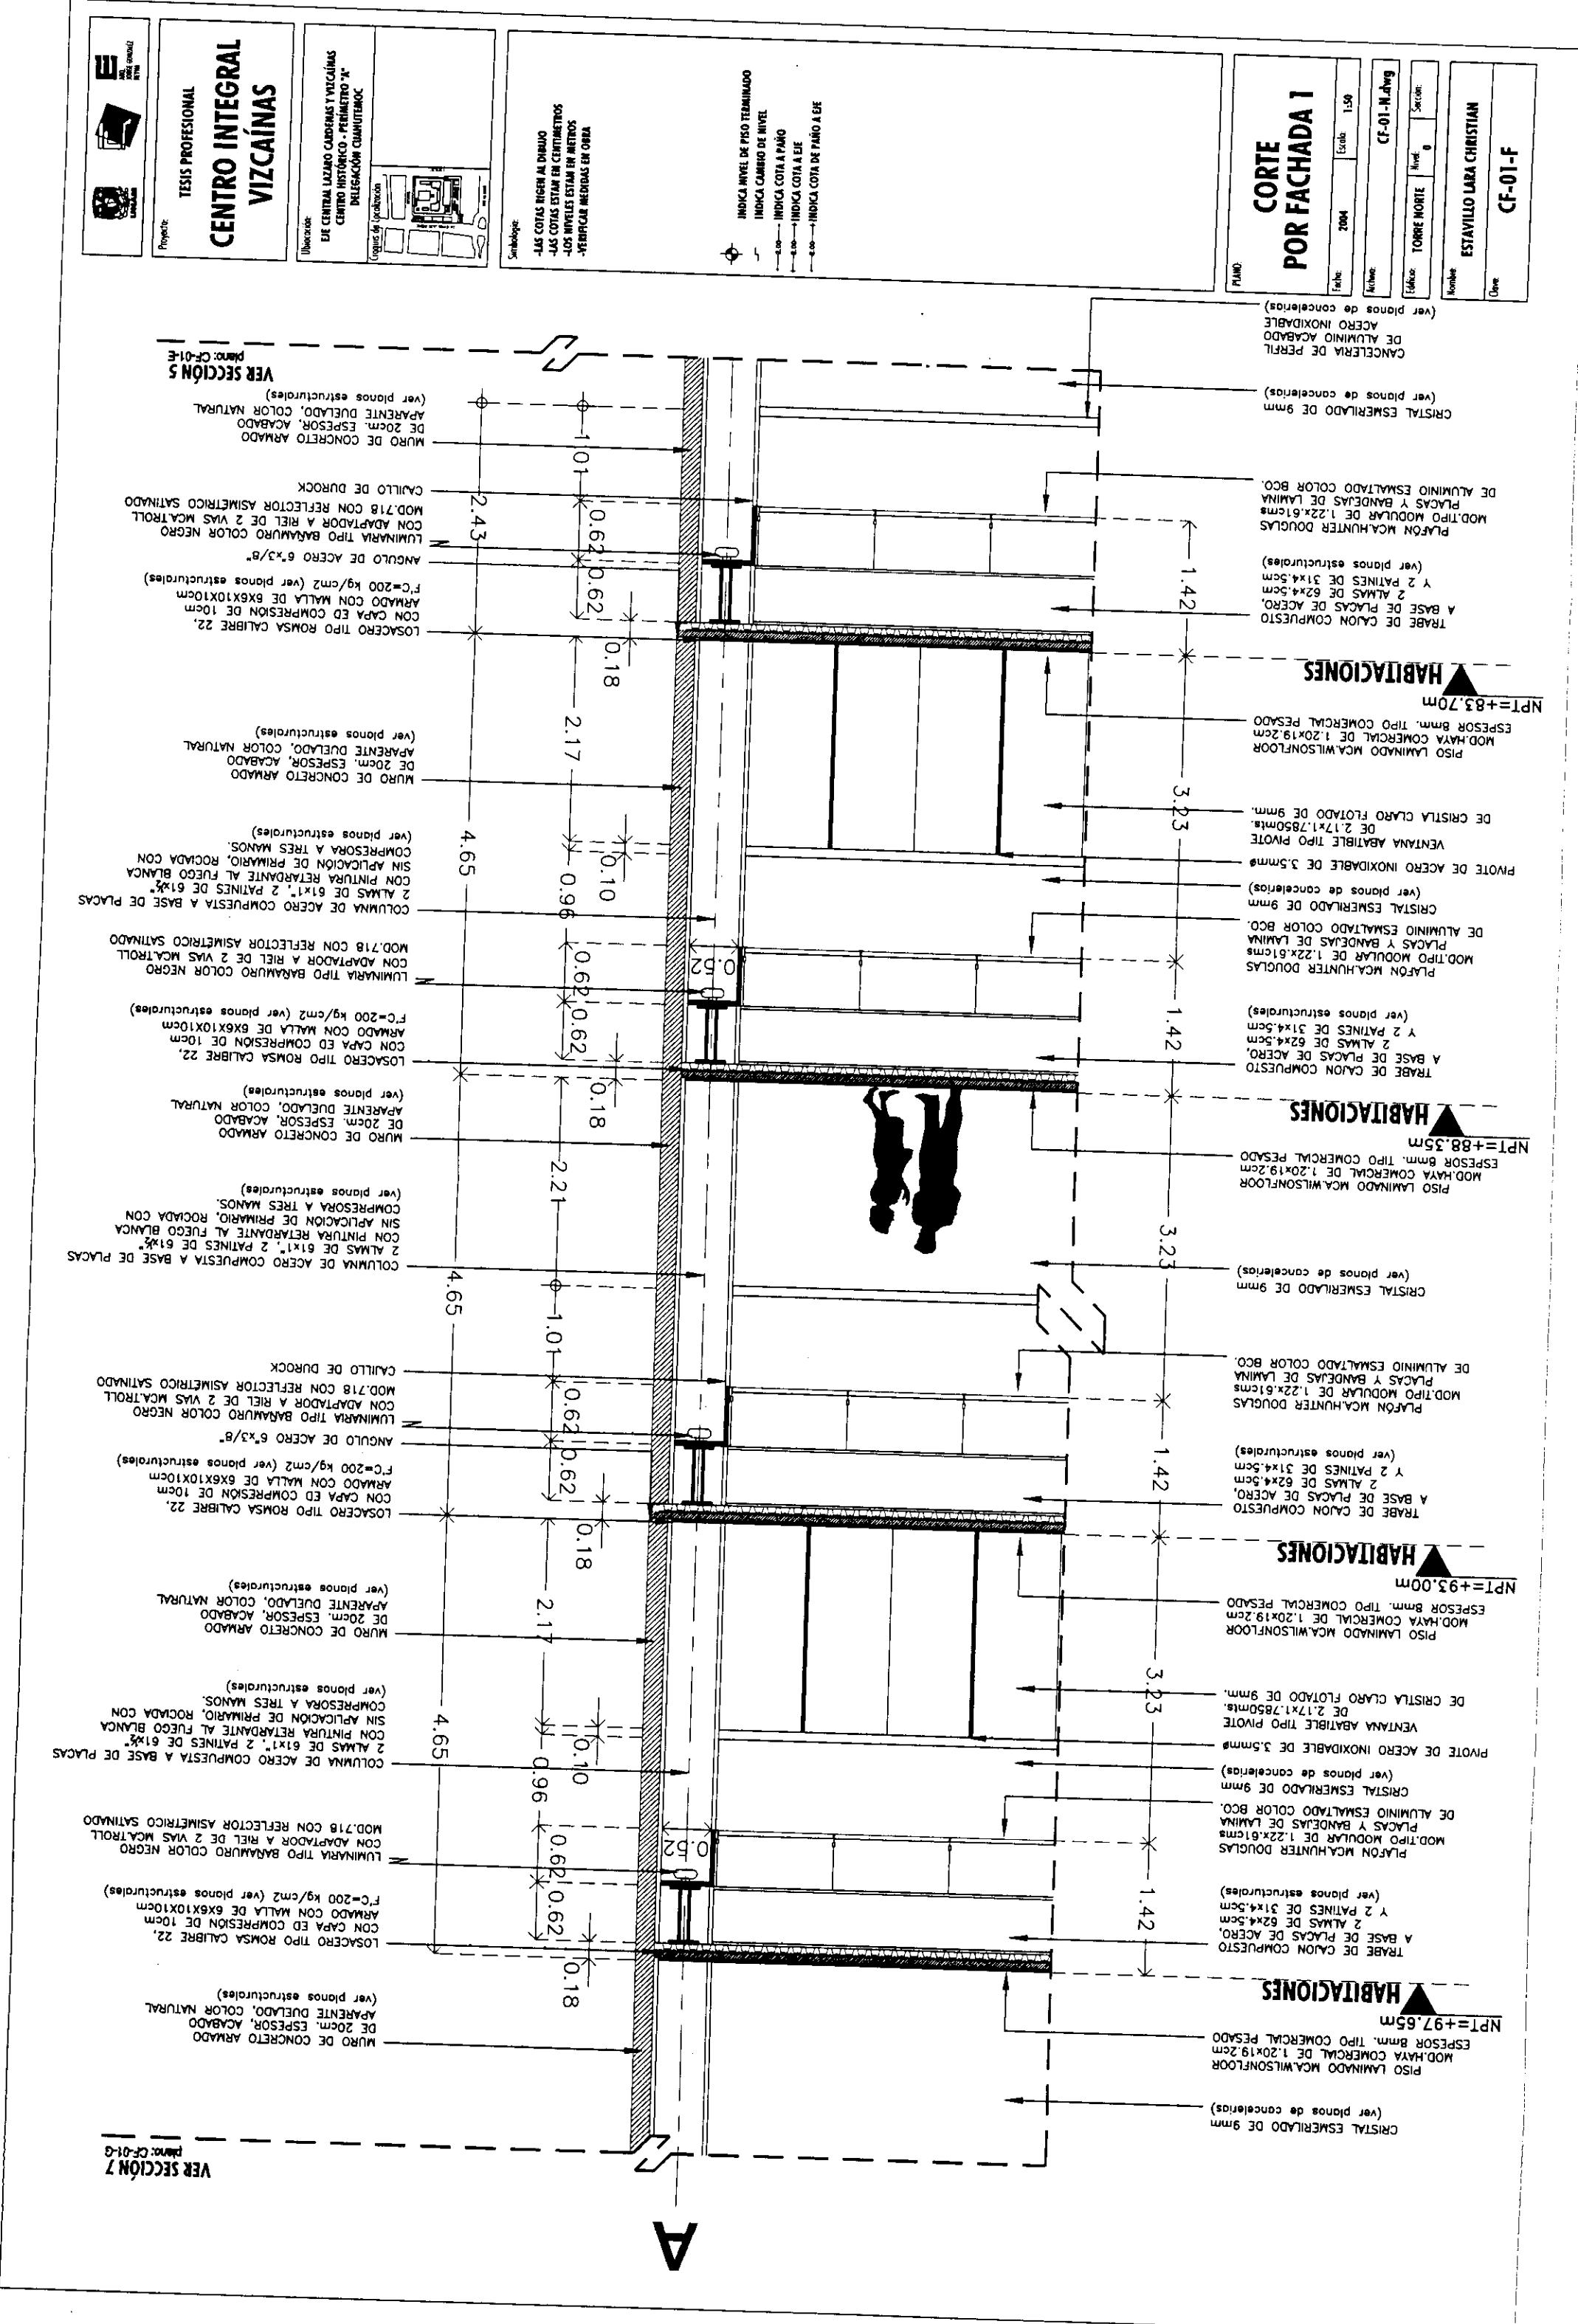




**CENTRO INTEGRAL
VIZCAÍNAS**
TESIS PROFESIONAL

Project:

Title:

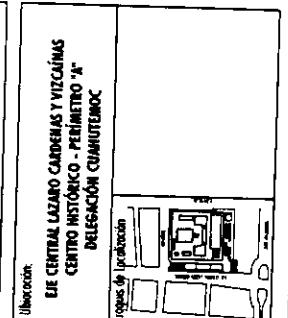

LIE CENTRAL LAZARO CADEBAS Y VIZCAÍNAS
CENTRO HISTÓRICO. PERÍMETRO "X"
DELEGACIÓN CDMX

Section:


Simbología:
LAS COTAS INGEN AL NIVEL
LAS COTAS ESTAN EN CENTÍMETROS
LOS NIVELES ESTAN EN MÉTROS
VERIFICAR MEDIDAS EN OBRA


INDICA NIVEL DE PISO TERMINADO
INDICA CAMBIO DE NIVEL
INDICA COTA A FIANO
INDICA COTA EJE
INDICA COTA DE PÁNO A EJE

**CORTE
POR FACHADA 1**

Ref no: 2004 Scale: 1:50
Title: CF-01-N-dwg
Author: 0
Editor: 0
Plano:

Editor: ESTAVILLO LARA CHRISTIAN
Author: 0
Title: CF-01-G

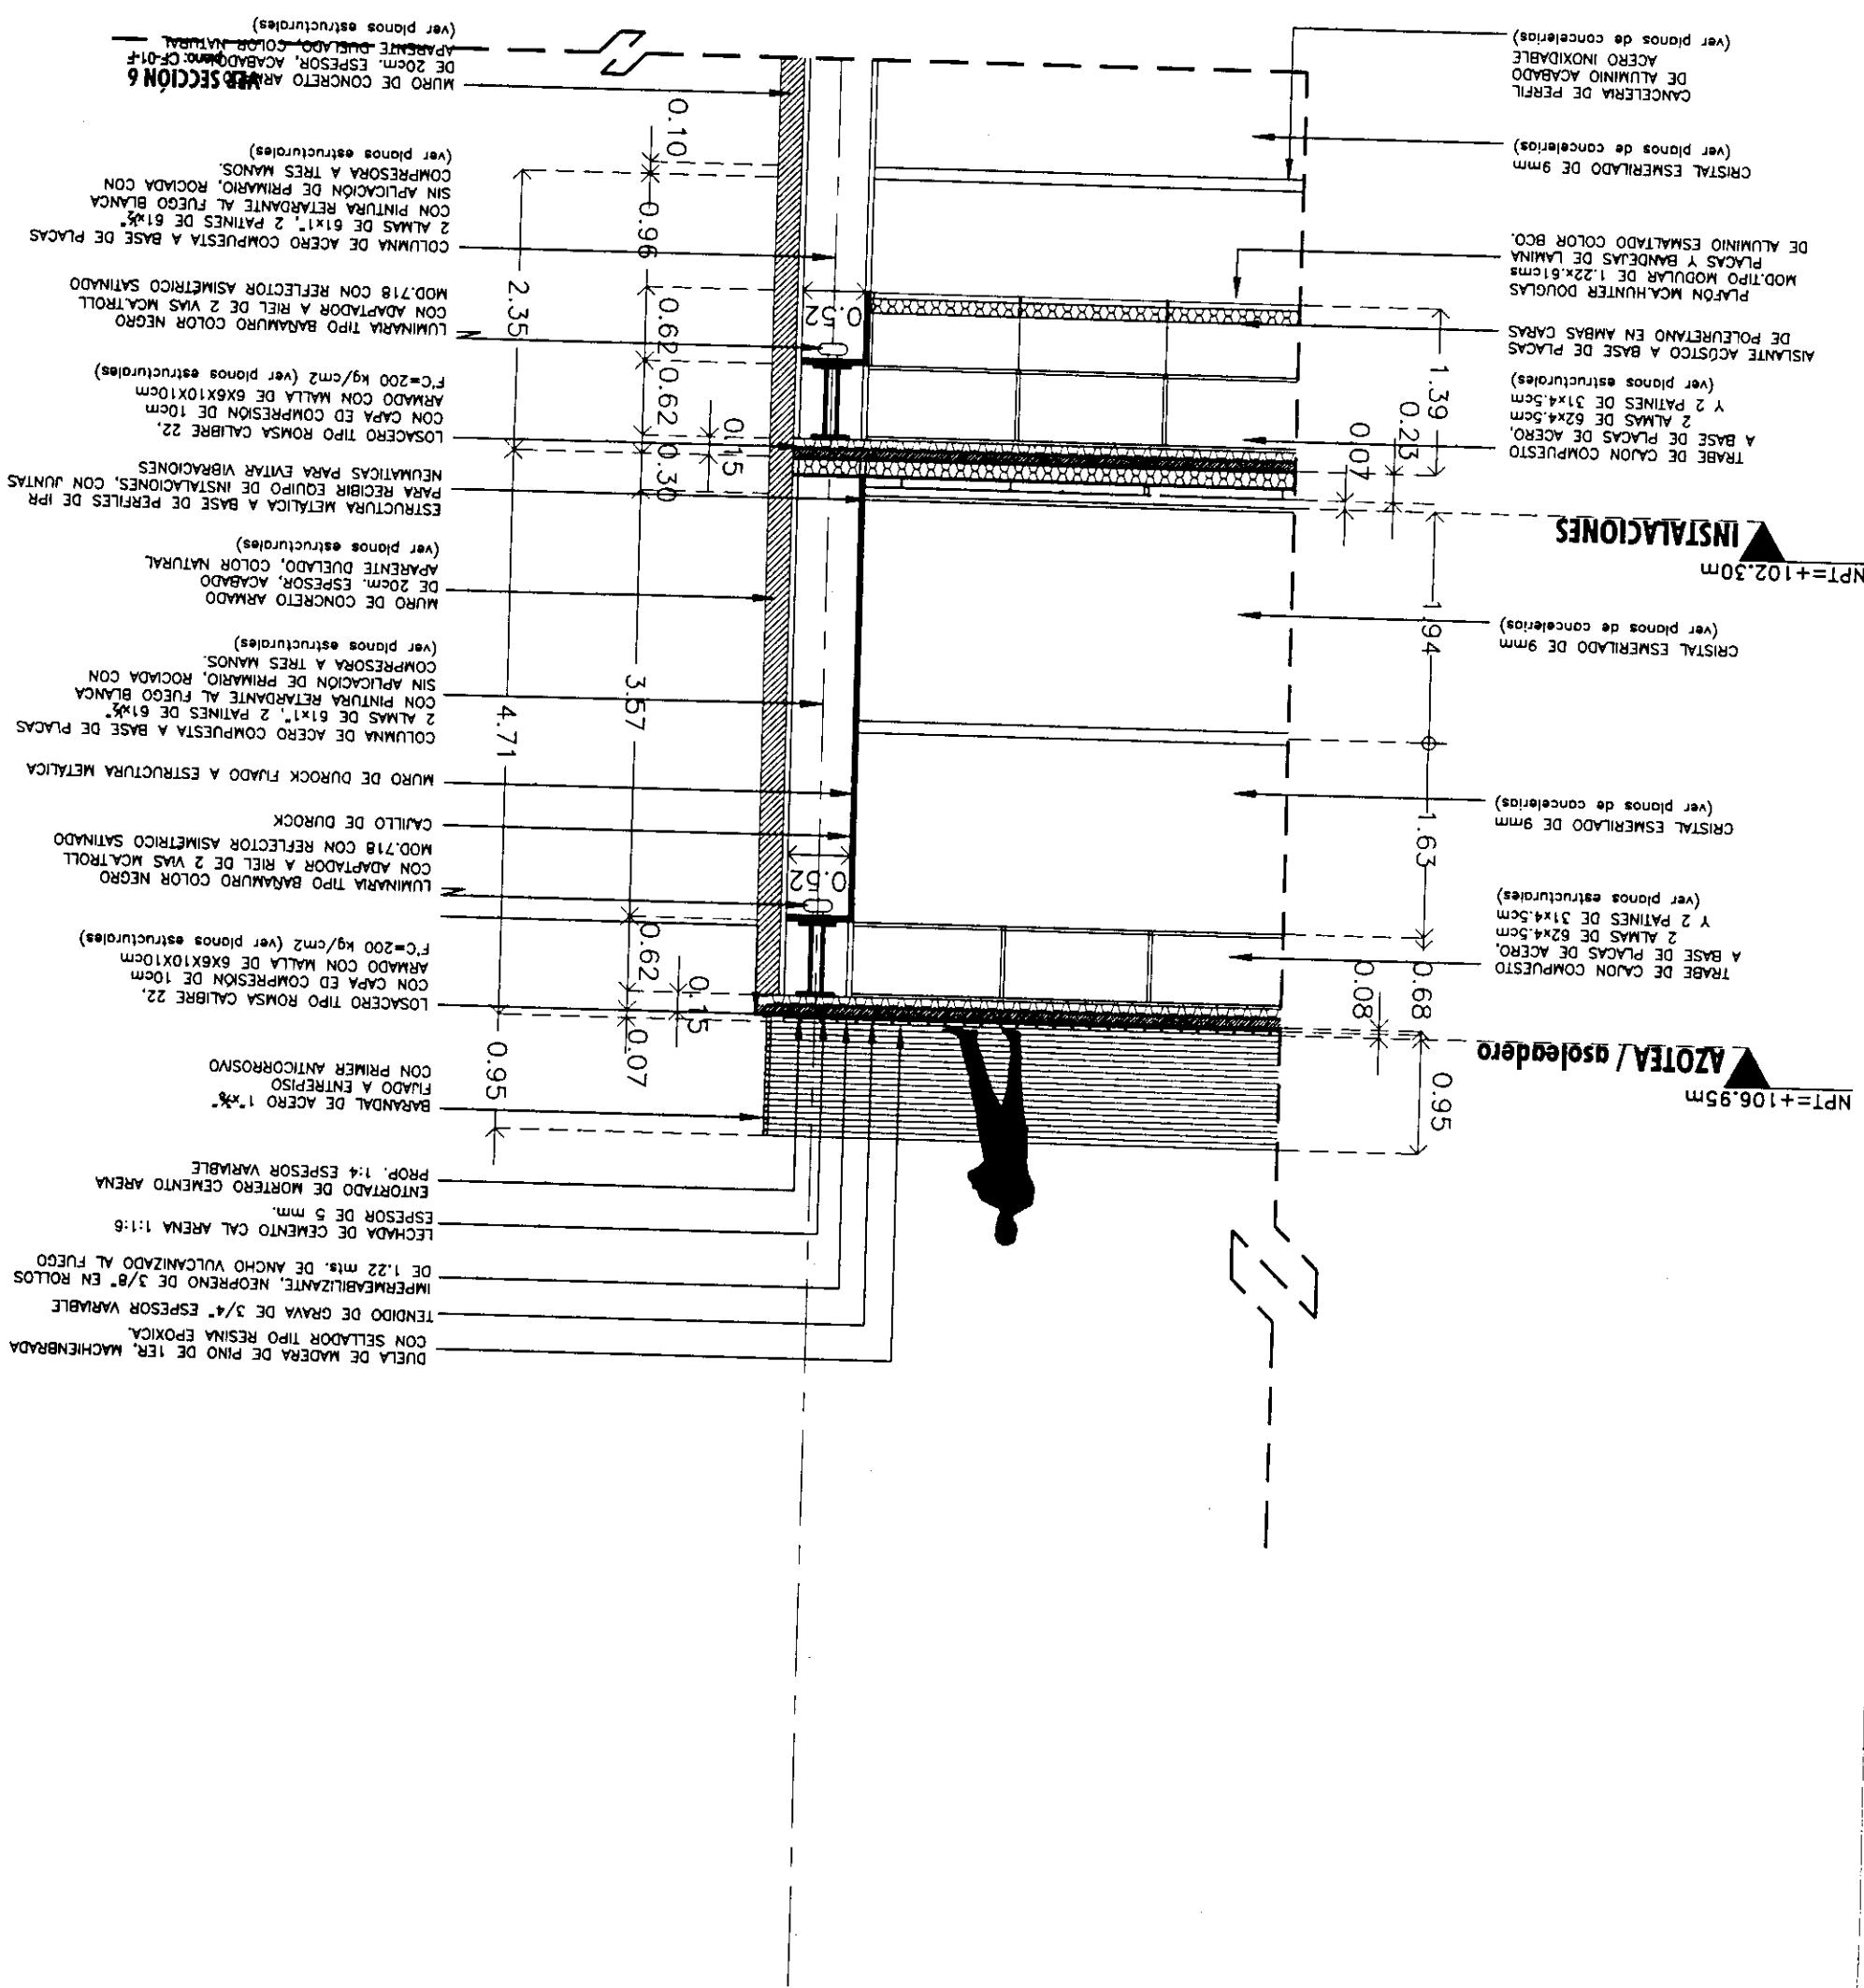

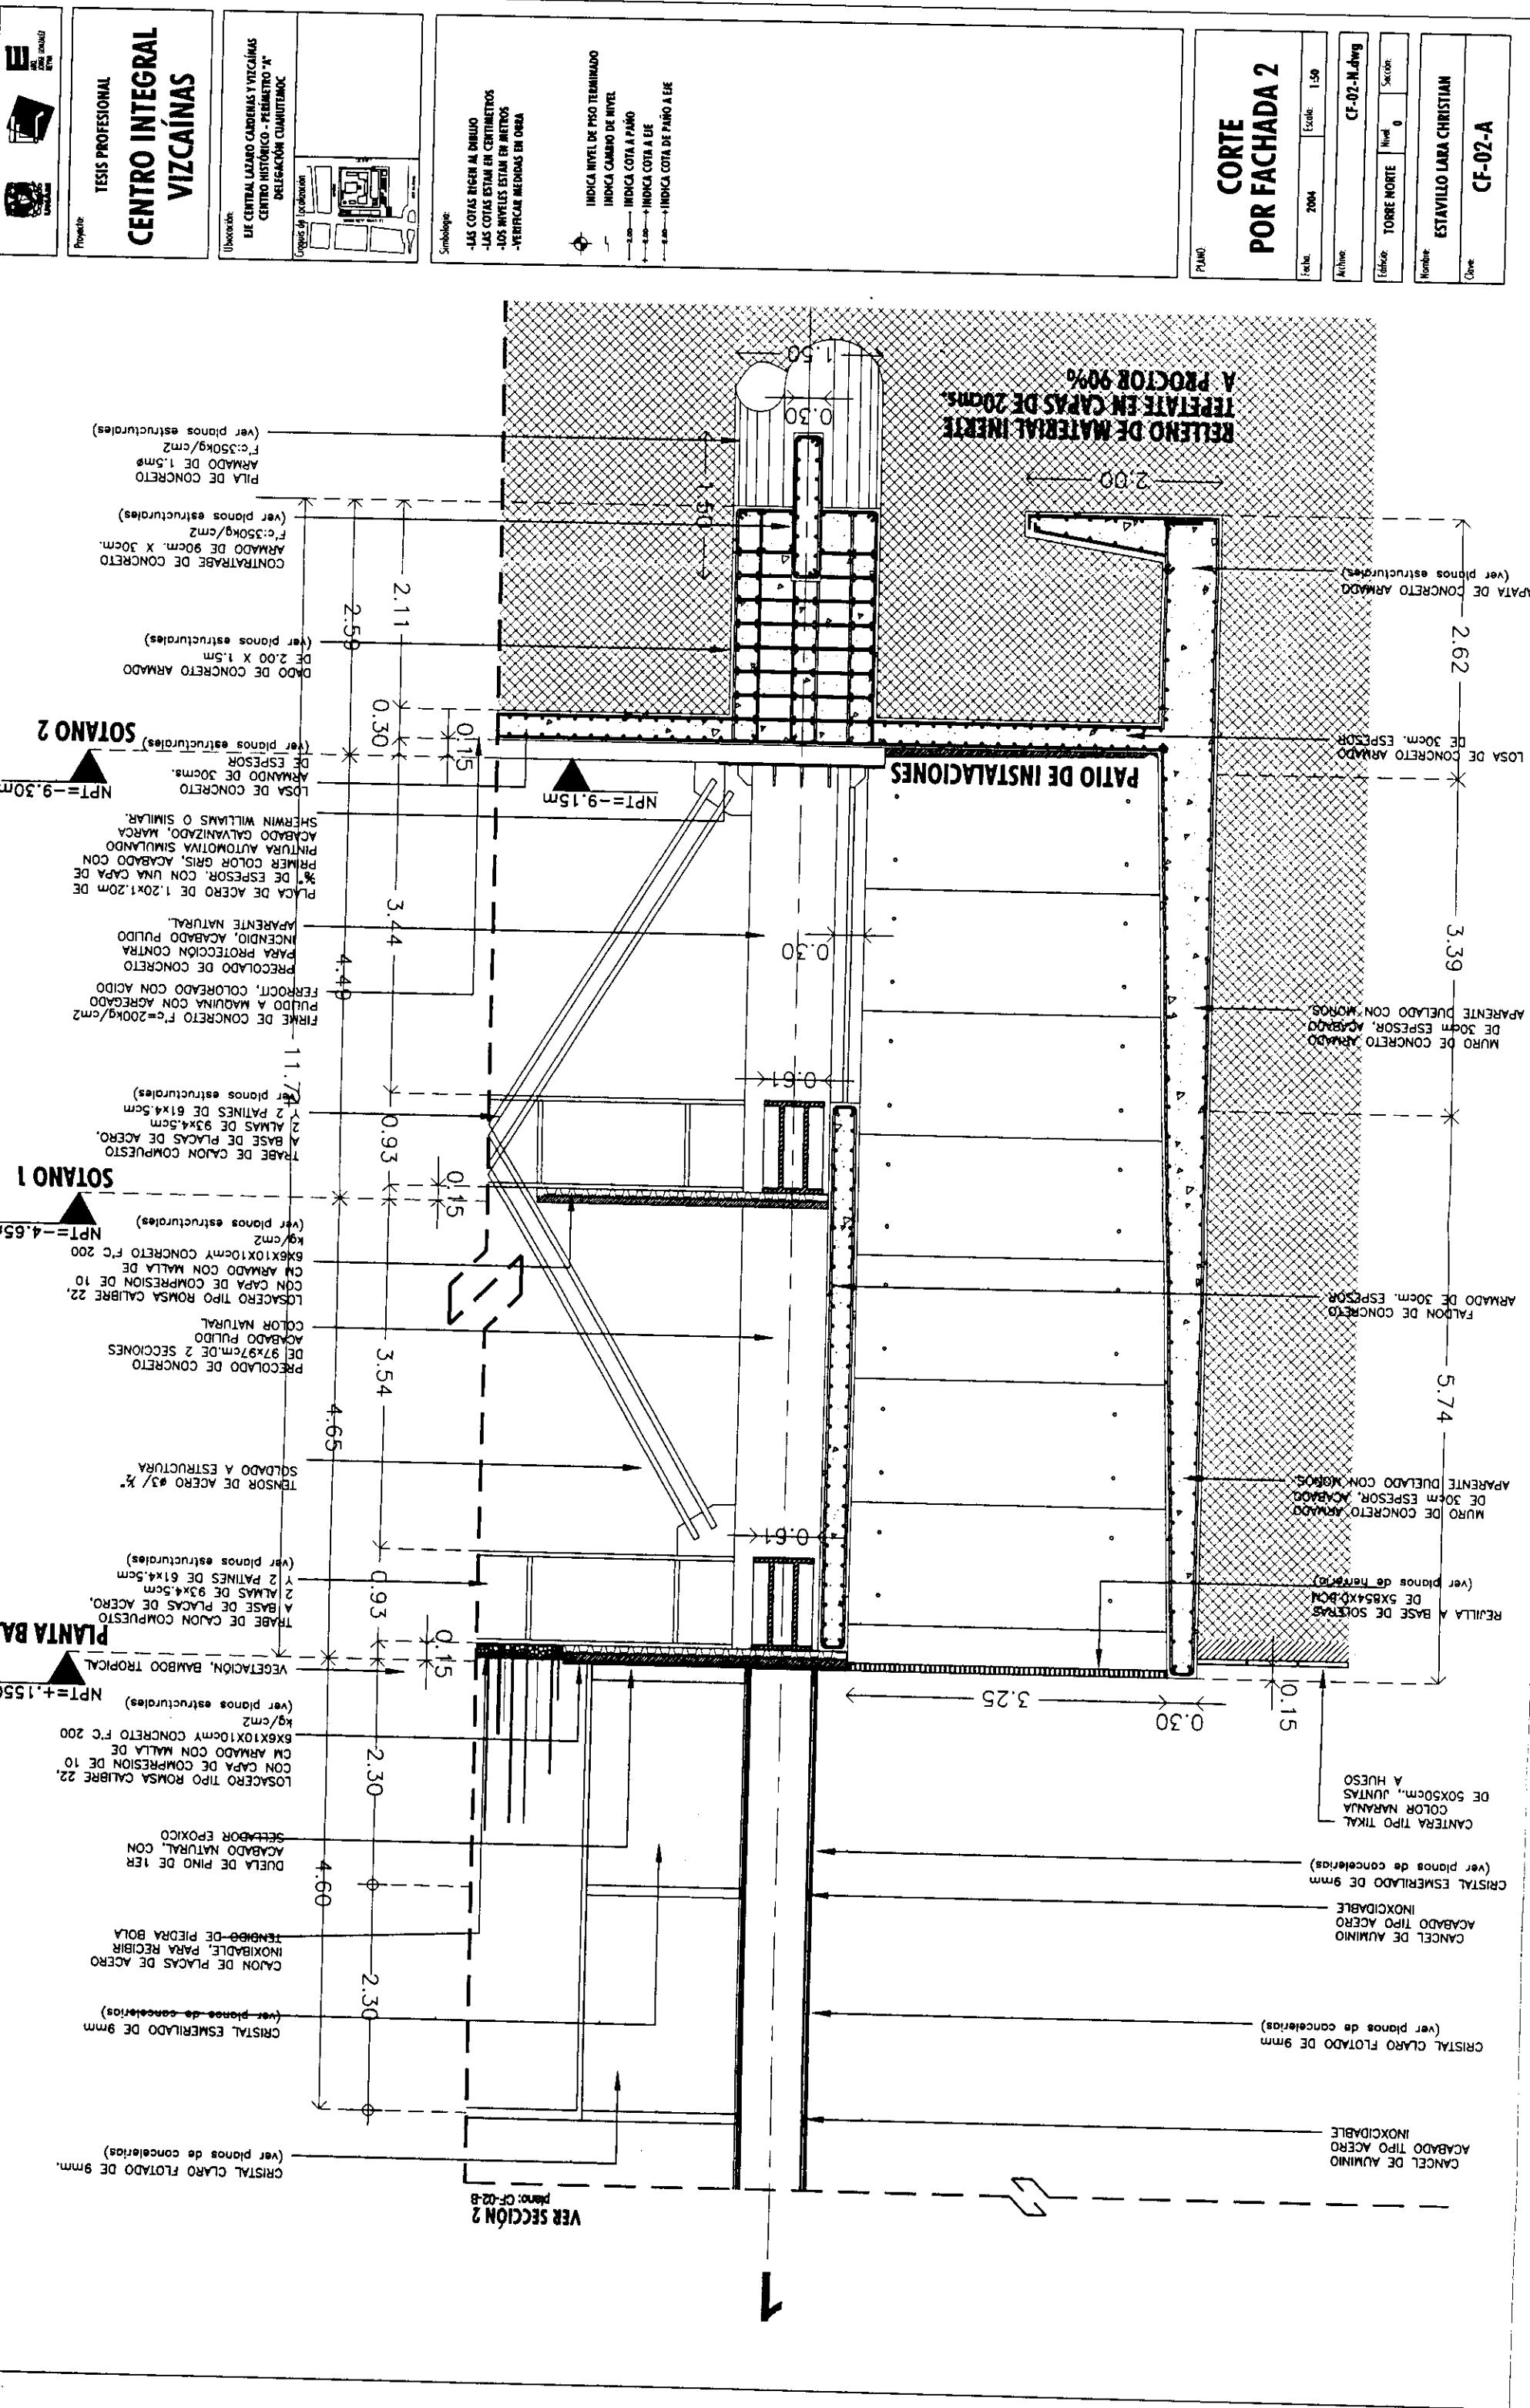


CF-02-B
ESTAVILLO LARA CHRISTIAN

CF-02-Nwg
TORRE NORTE

CF-02-Nwg
TORRE NORTE

CORTE POR FACHADA 2



PLANO

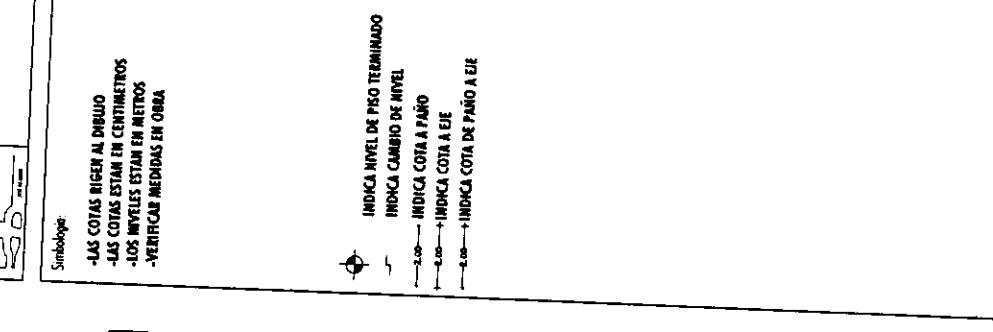

VER SECCION 3
Plano CF-02-C

CENTRO INTEGRAL VIZCAÍNAS

TESIS PROFESIONAL

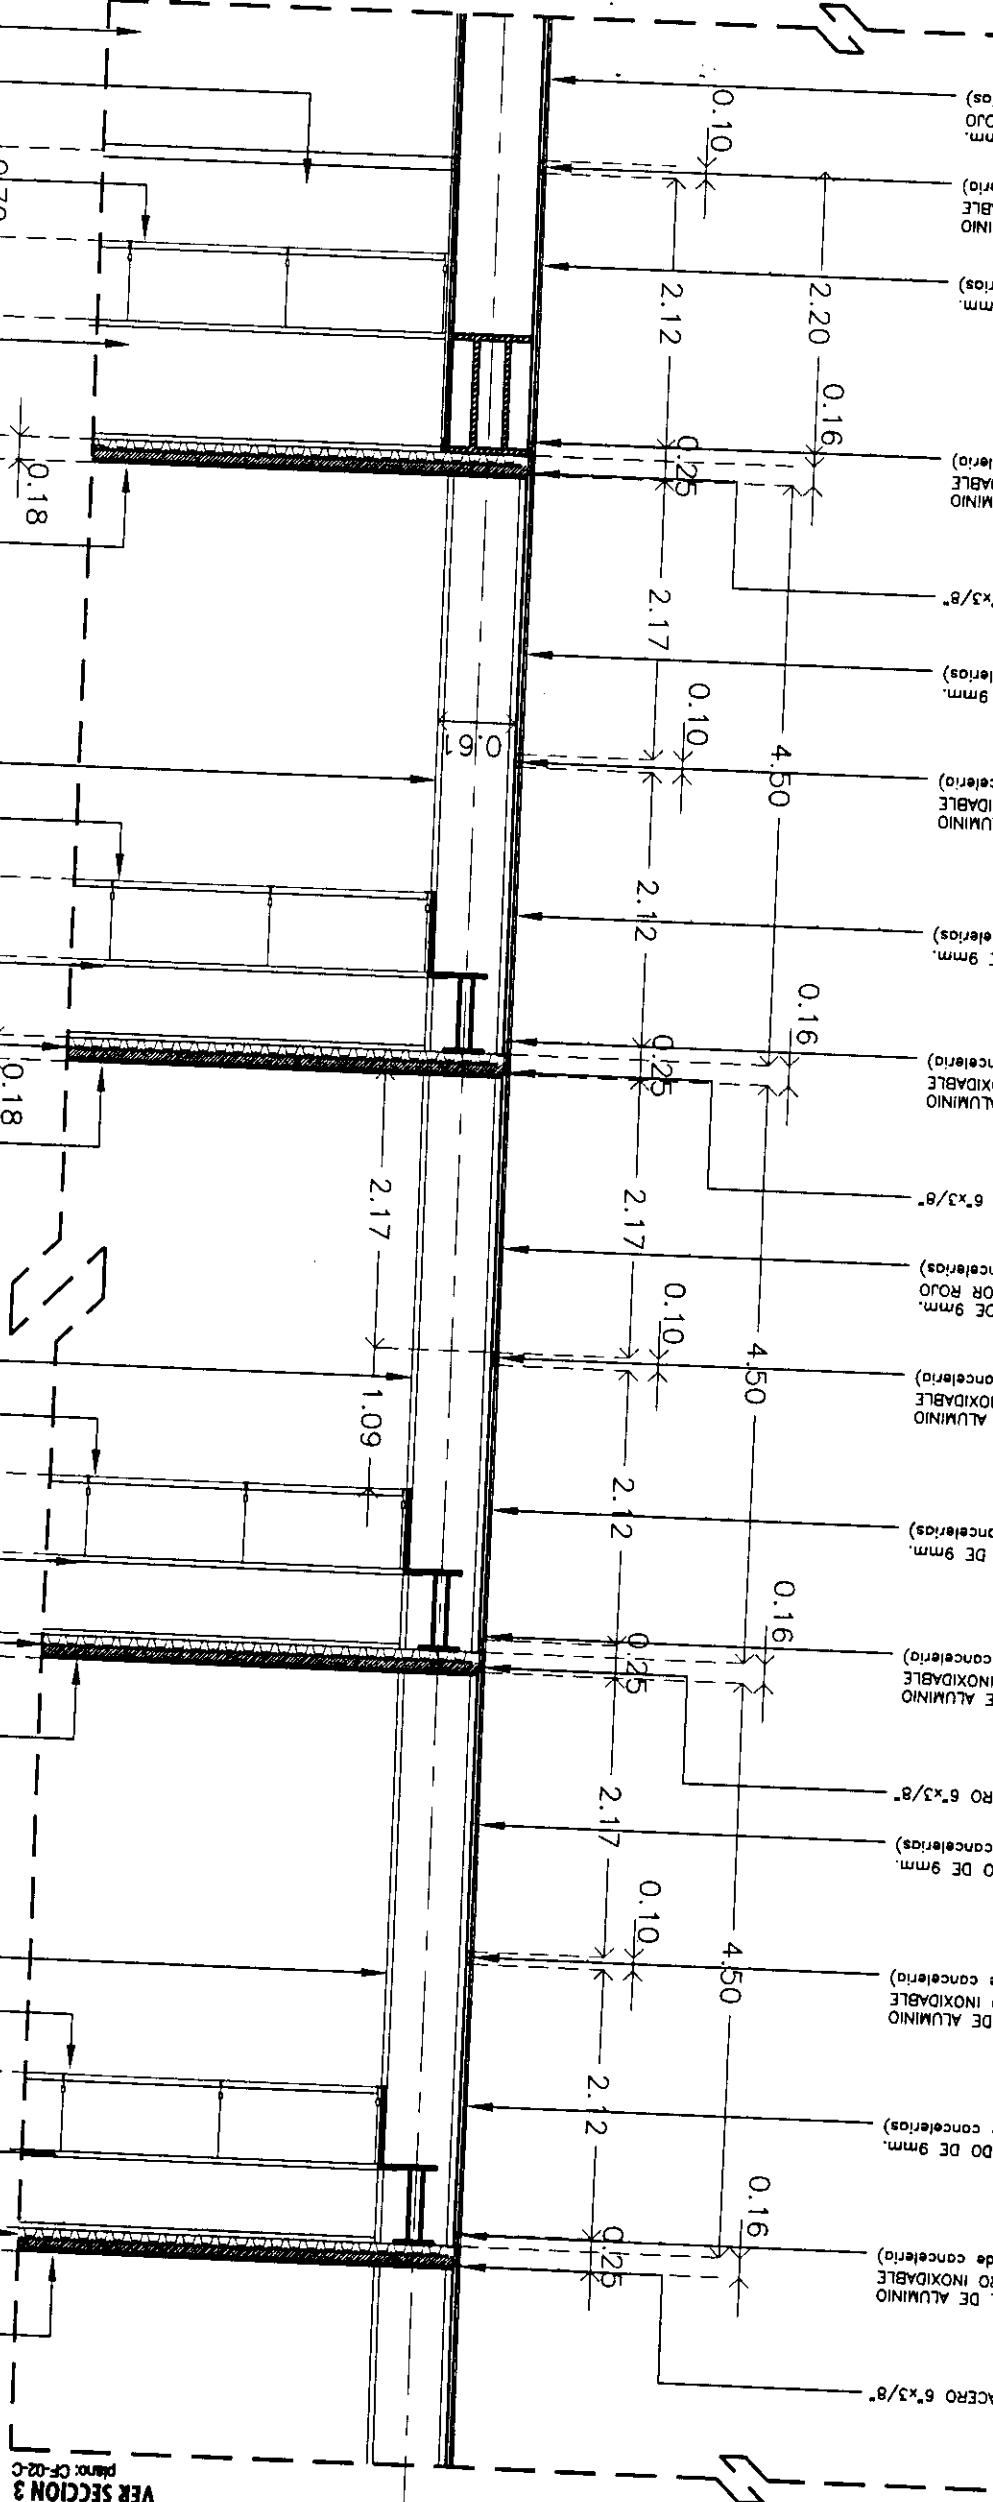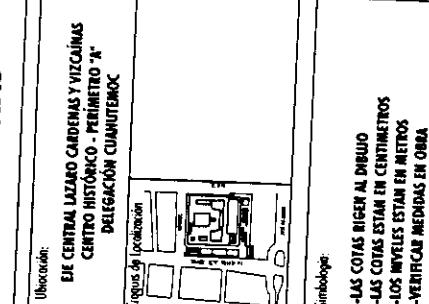


VER SECCION 1
Plano CF-02-A

CF-02-Nwg
TORRE NORTE

CF-02-Nwg
TORRE NORTE

CORTE POR FACHADA 2


PLANO

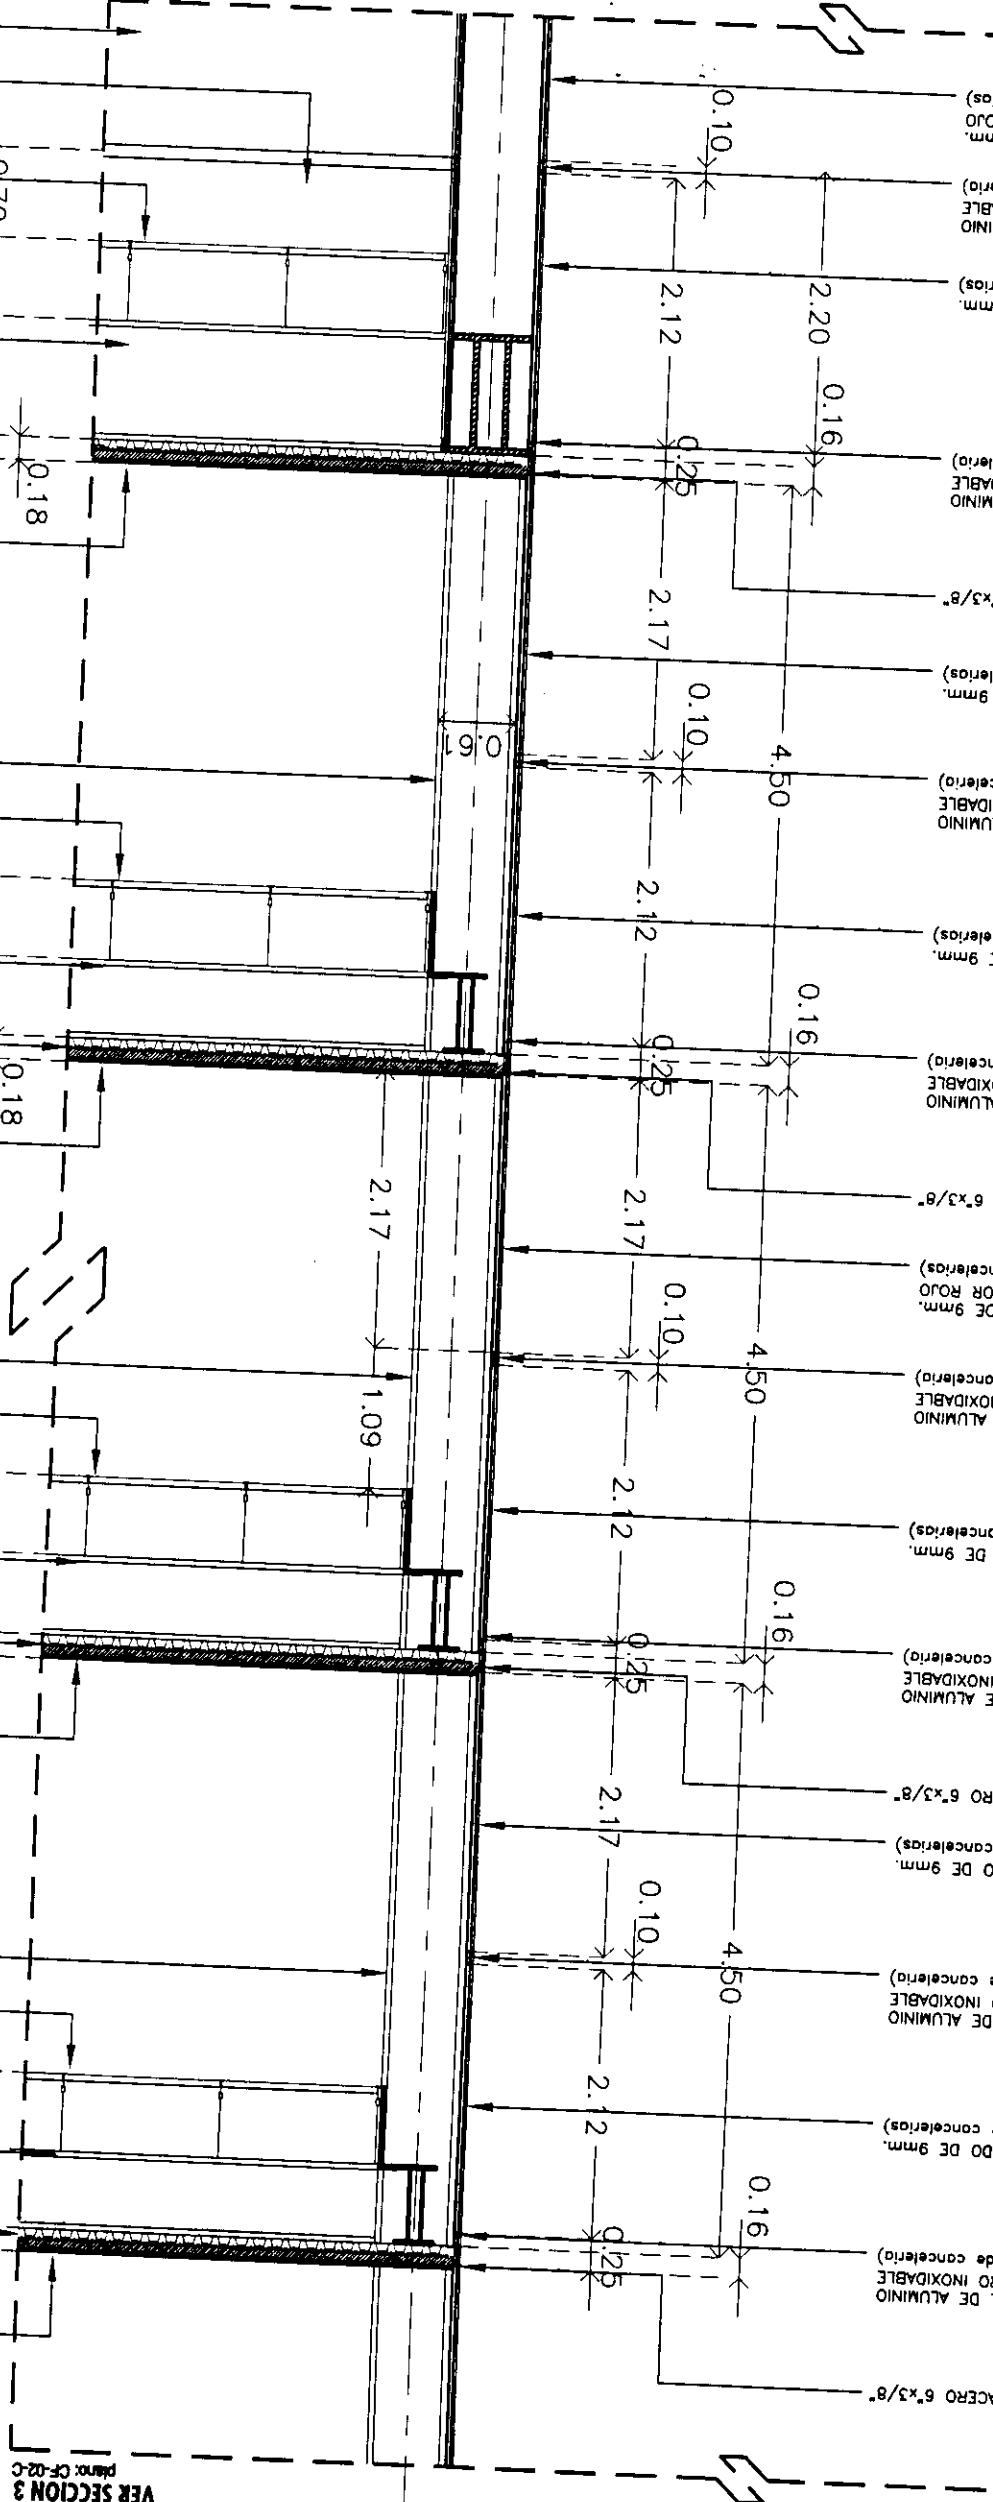

VER SECCION 3
Plano CF-02-C

CENTRO INTEGRAL VIZCAÍNAS

TESIS PROFESIONAL

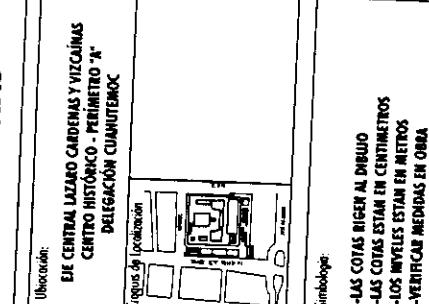

CF-02-D

ESTAVILLO LARA CHRISTIAN

Torre Norte

Fase: 1.59

Plano: CF-02-C

POR FACHADA 2 CORTE

Plano:


Fase:


Plano:

Torre Norte

Fase: 1.59

Plano: CF-02-N

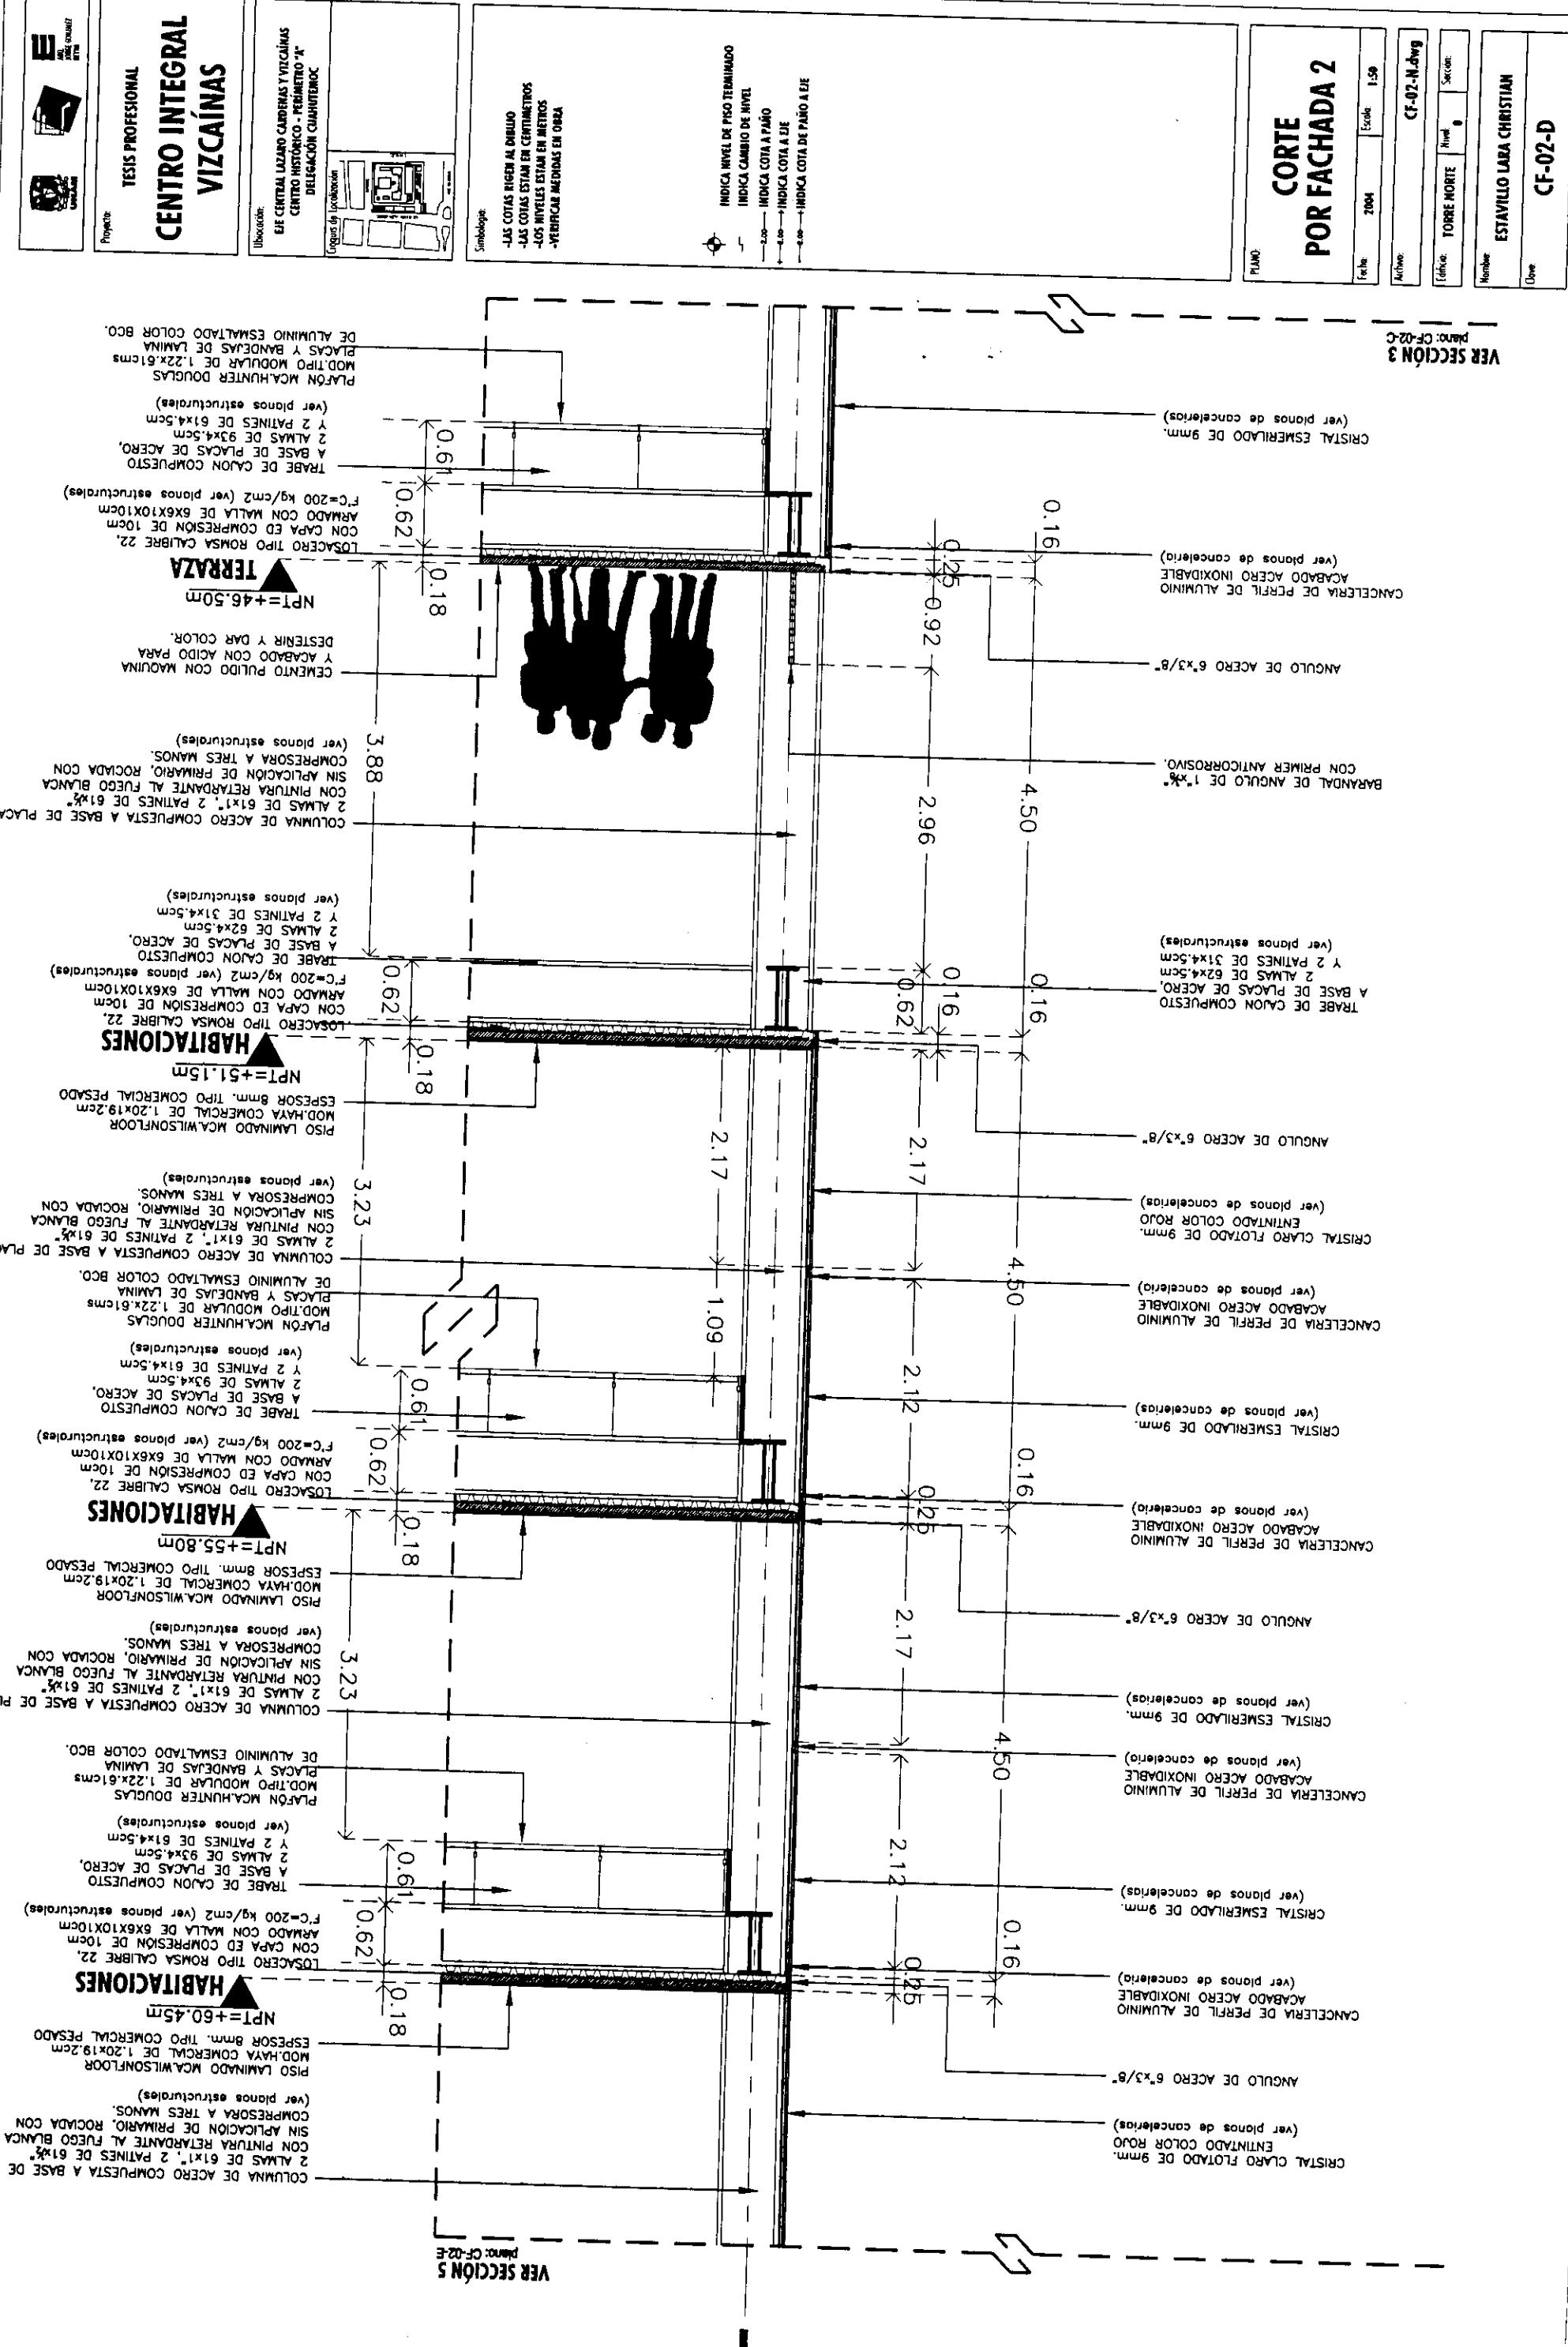

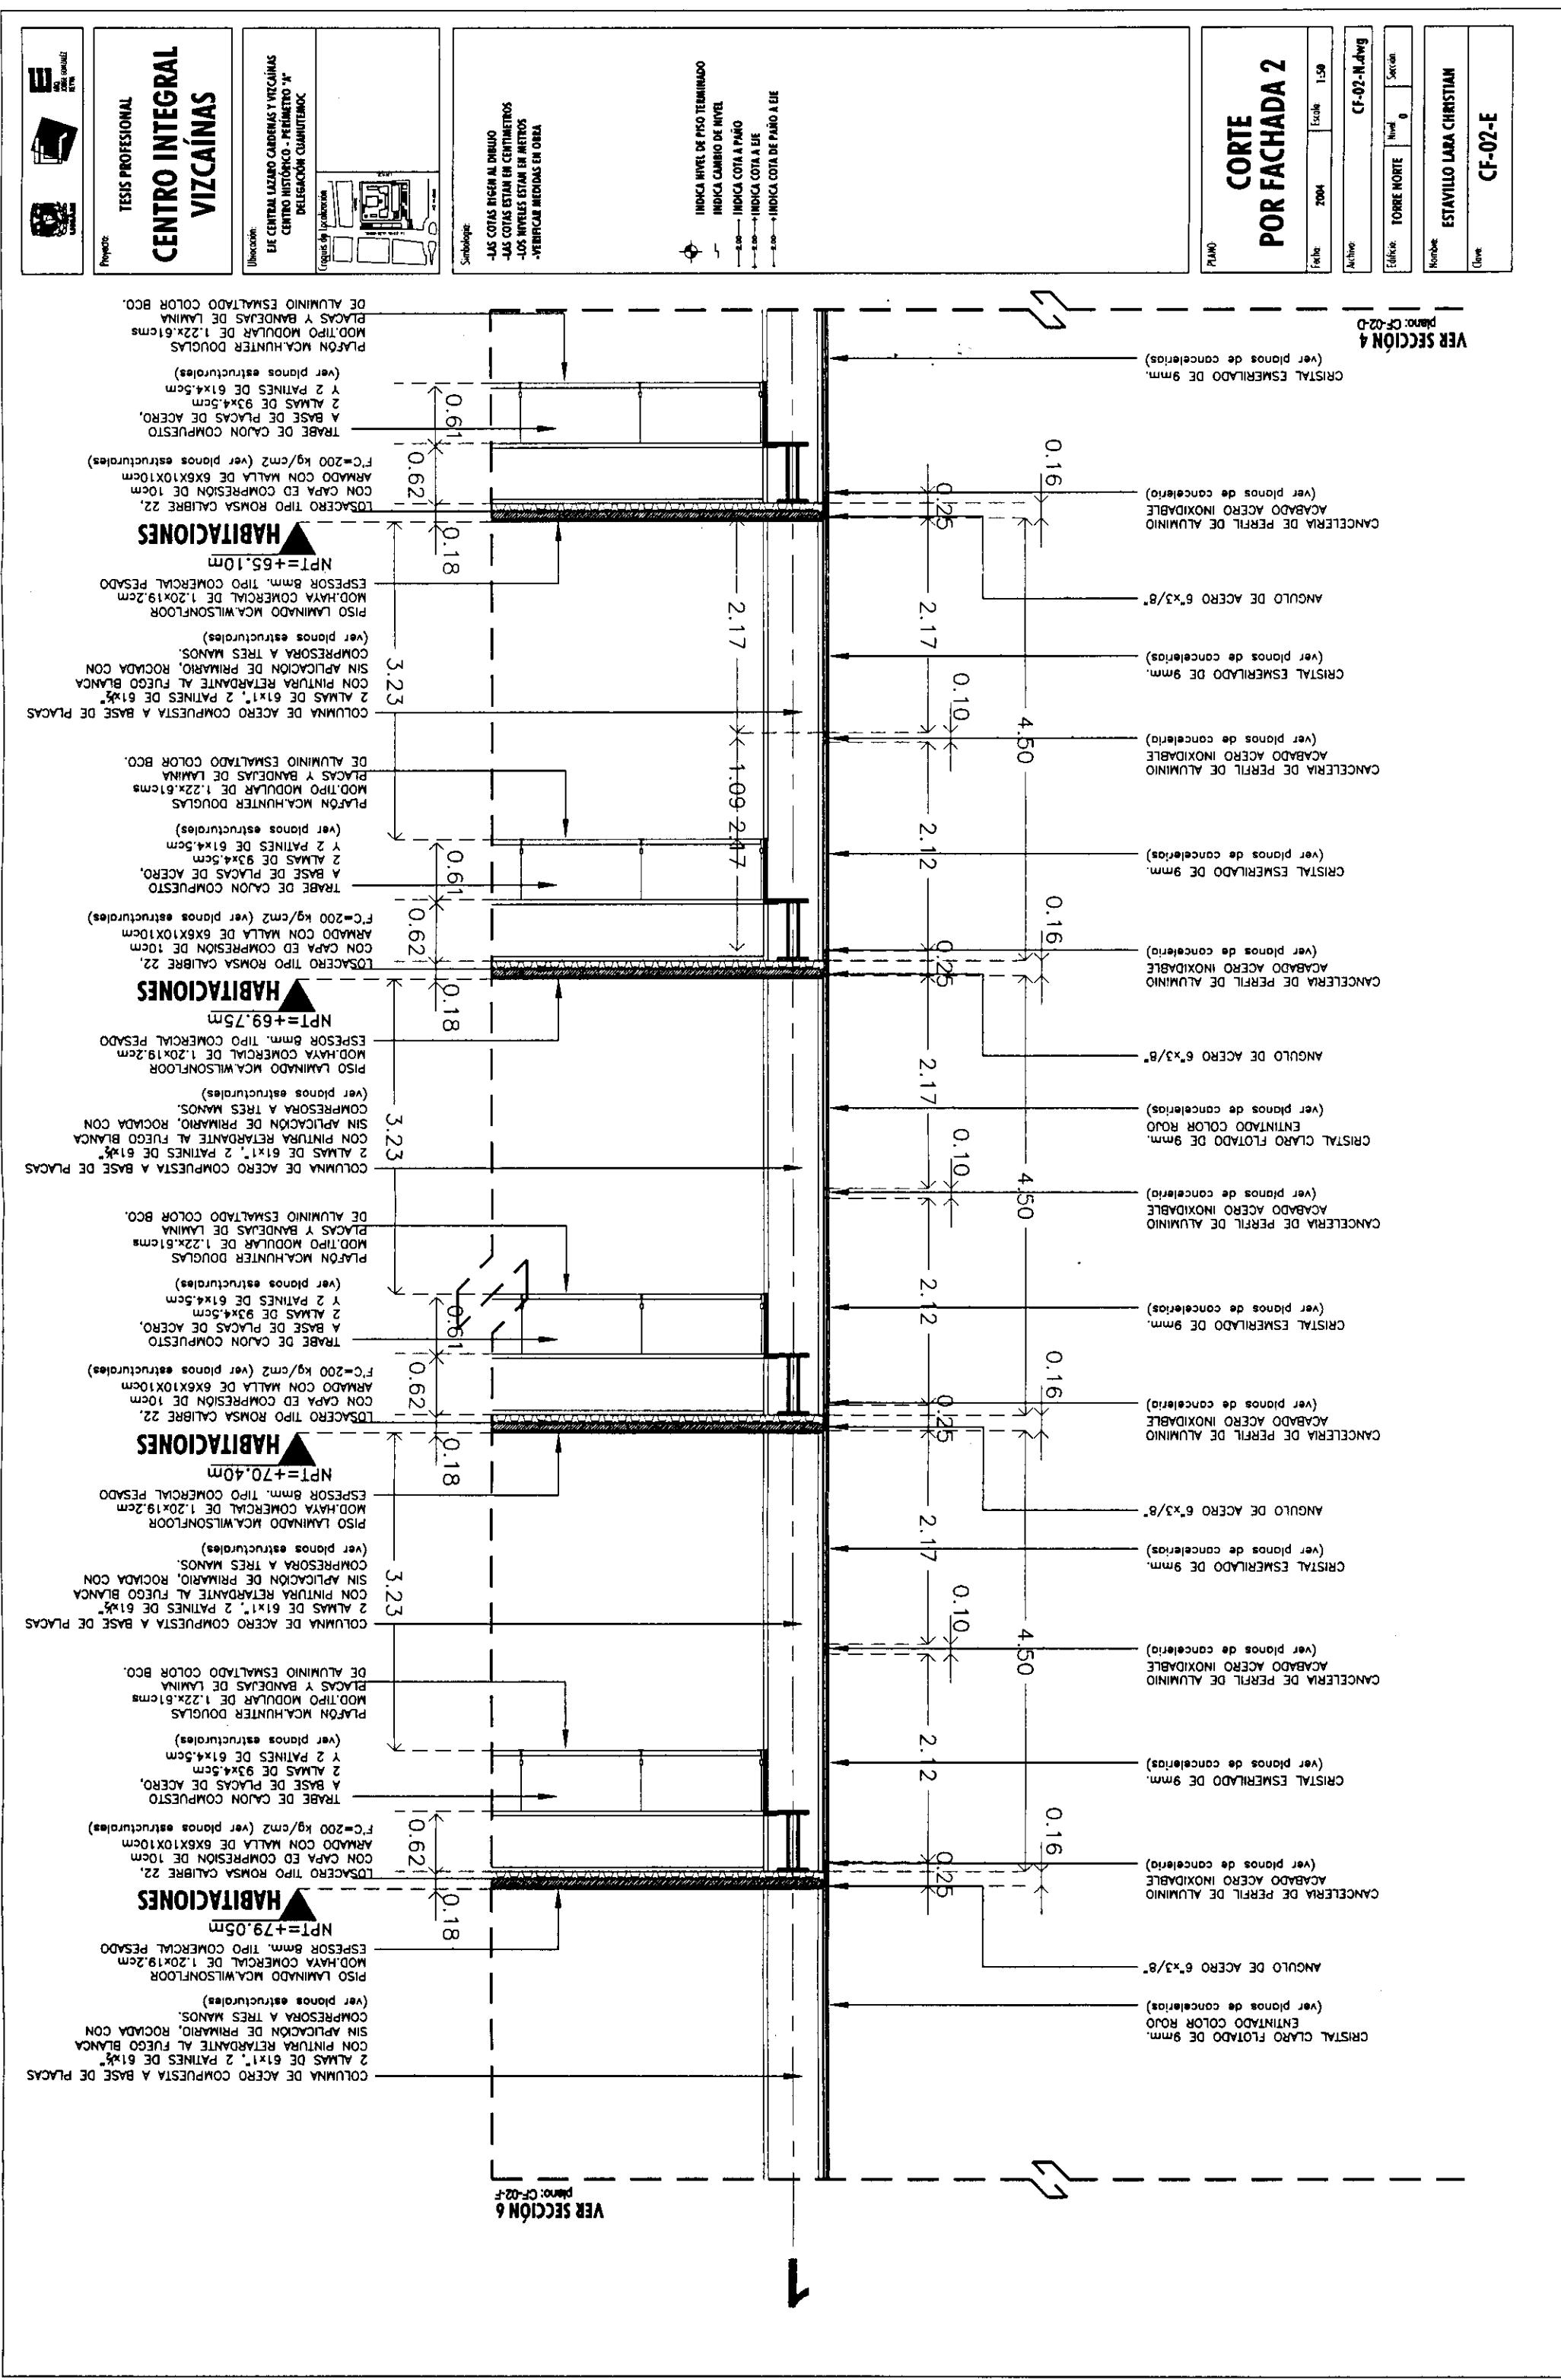



CENTRO INTEGRAL
VIZCAÍNAS

Simbología:


-LAS COTAS SIGAN AL DIBUJO
-LAS COTAS ESTAN EN CENTÍMETROS
-LOS NIVALES ESTAN EN MÉTRICAS

- INDICA NIVEL DE PISO TERMINADO
- INDICA CAMBIO DE NIVEL
- INDICA COTA A PAÑO
- INDICA COTA A EJE
- INDICA COTA DE PAÑO A EJE

CORTE
POR FACHADA 2

100

ESTAVILLO LARA CHRISTIAN CF-02-G

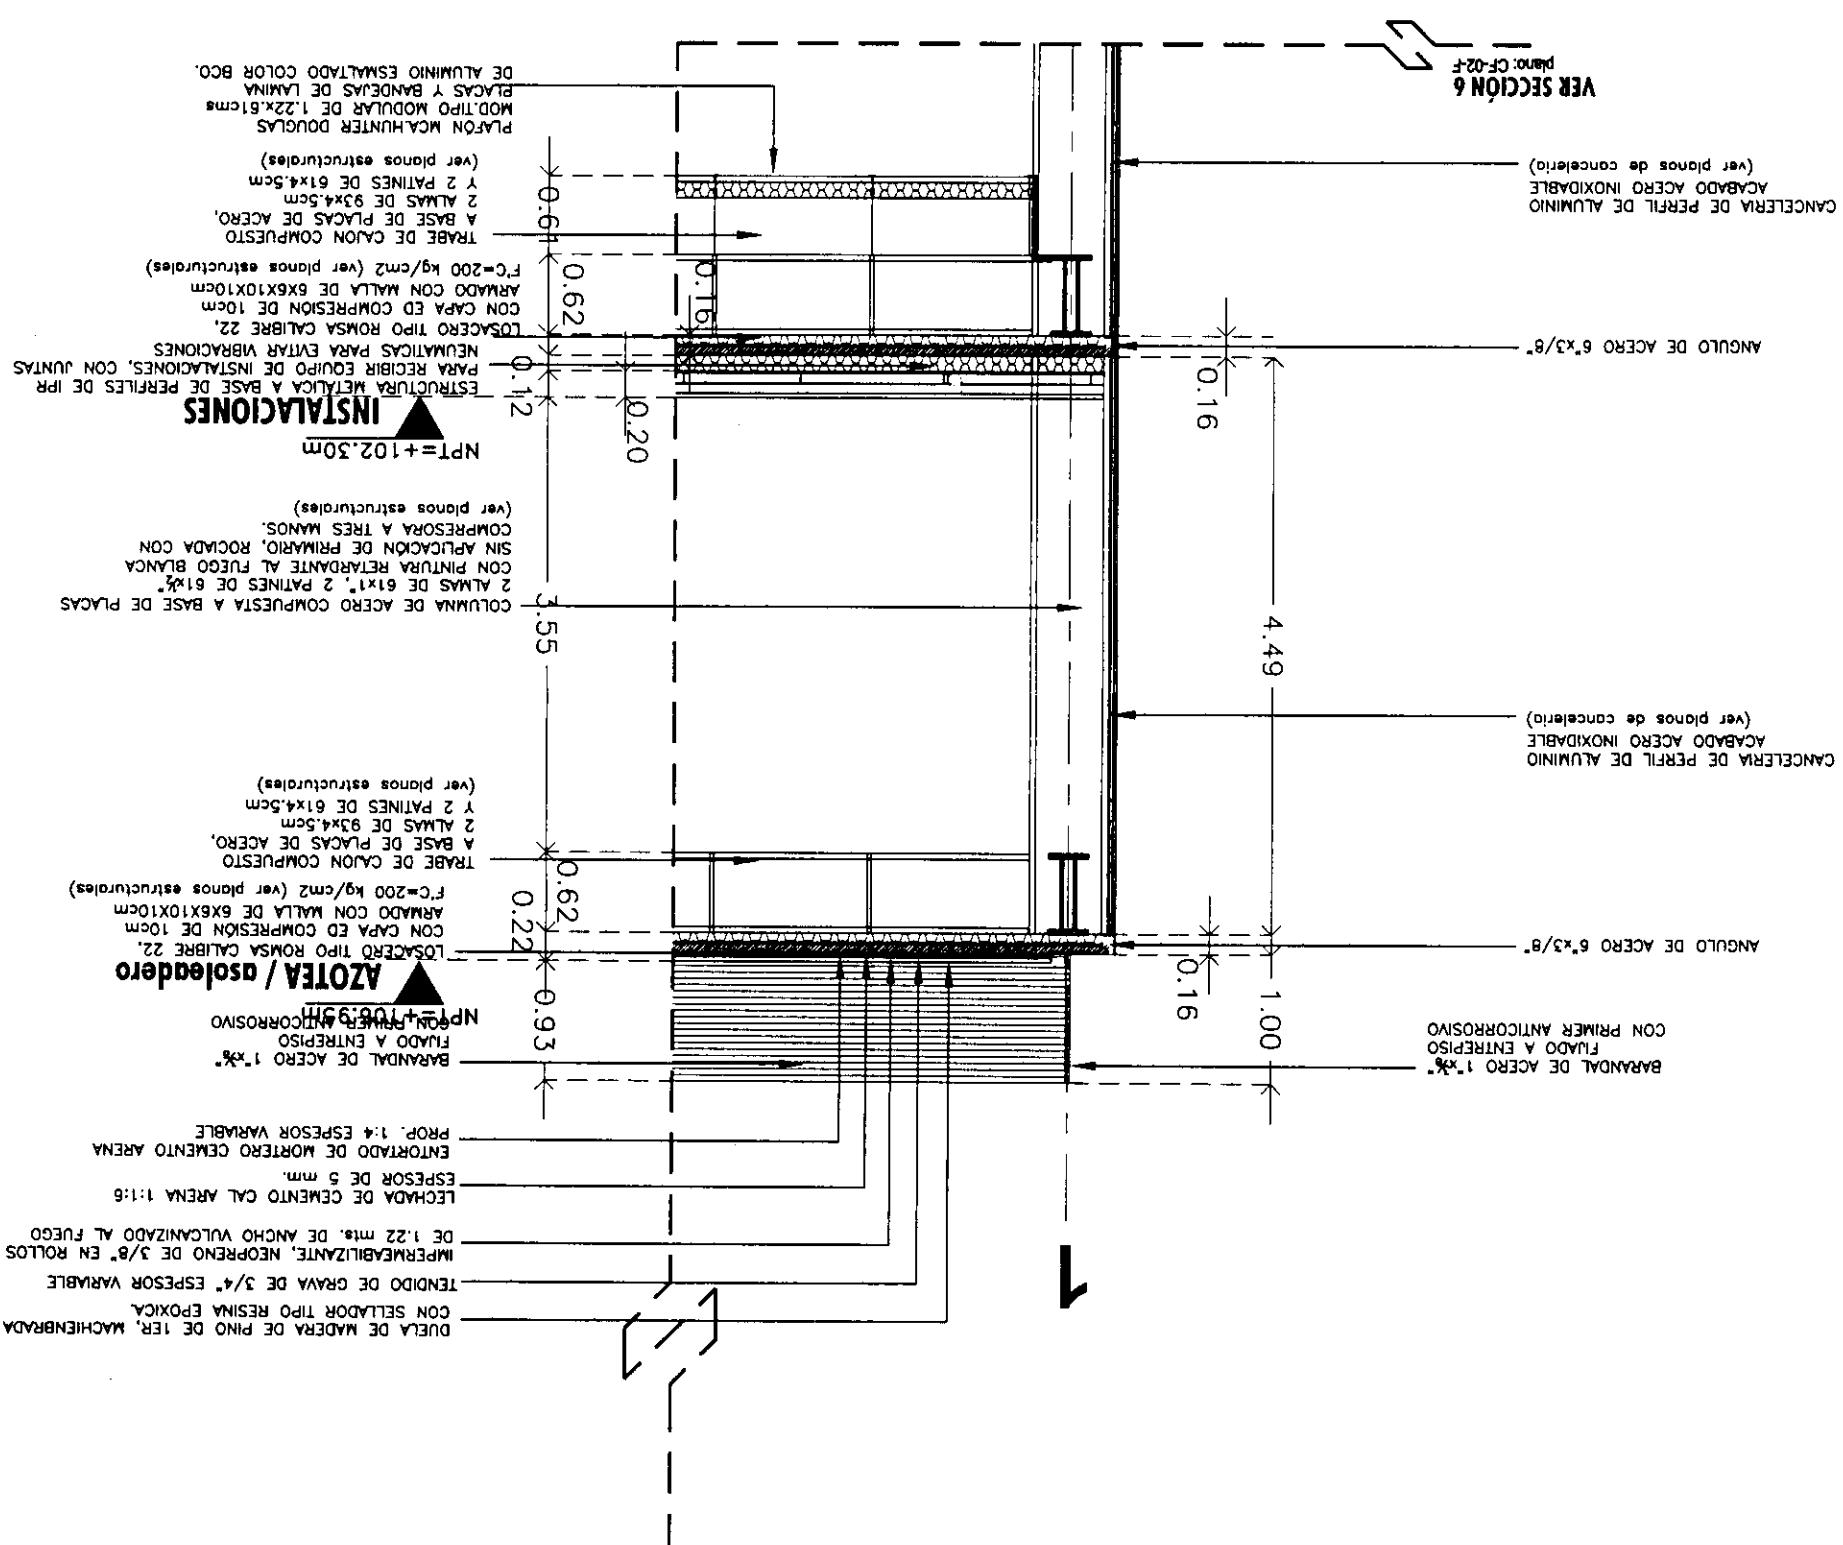




Project: TESIS PROFESIONAL
CENTRO INTEGRAL VIZCAÍNAS

Ubicación:
EJE CENTRAL LAZARO CARDENAS Y VIZCAÍNAS
CENTRO HISTÓRICO - PERÍMETRO "A"
DELEGACIÓN CUAUHTEMOC
Cruzis de la localización

Orientación:
Símbolos:
-LAS COTAS RIGEN AL DIBUJO
-LAS COTAS ESTAN EN METROS
-LOS NIVELES ESTAN EN METROS
-VERIFICAR MEDIDAS EN OBRA
N.P.T.
INDICA NIVEL DE PISO TERMINADO
- INDICA CAMBIO DE NIVEL
- INDICA COTA A PÁNO
1.00 ← INDICA COTA A EJE
1.00 ↓ INDICA COTA A EJE
K-1.00 ↓ INDICA COTA DE PÁNO A EJE

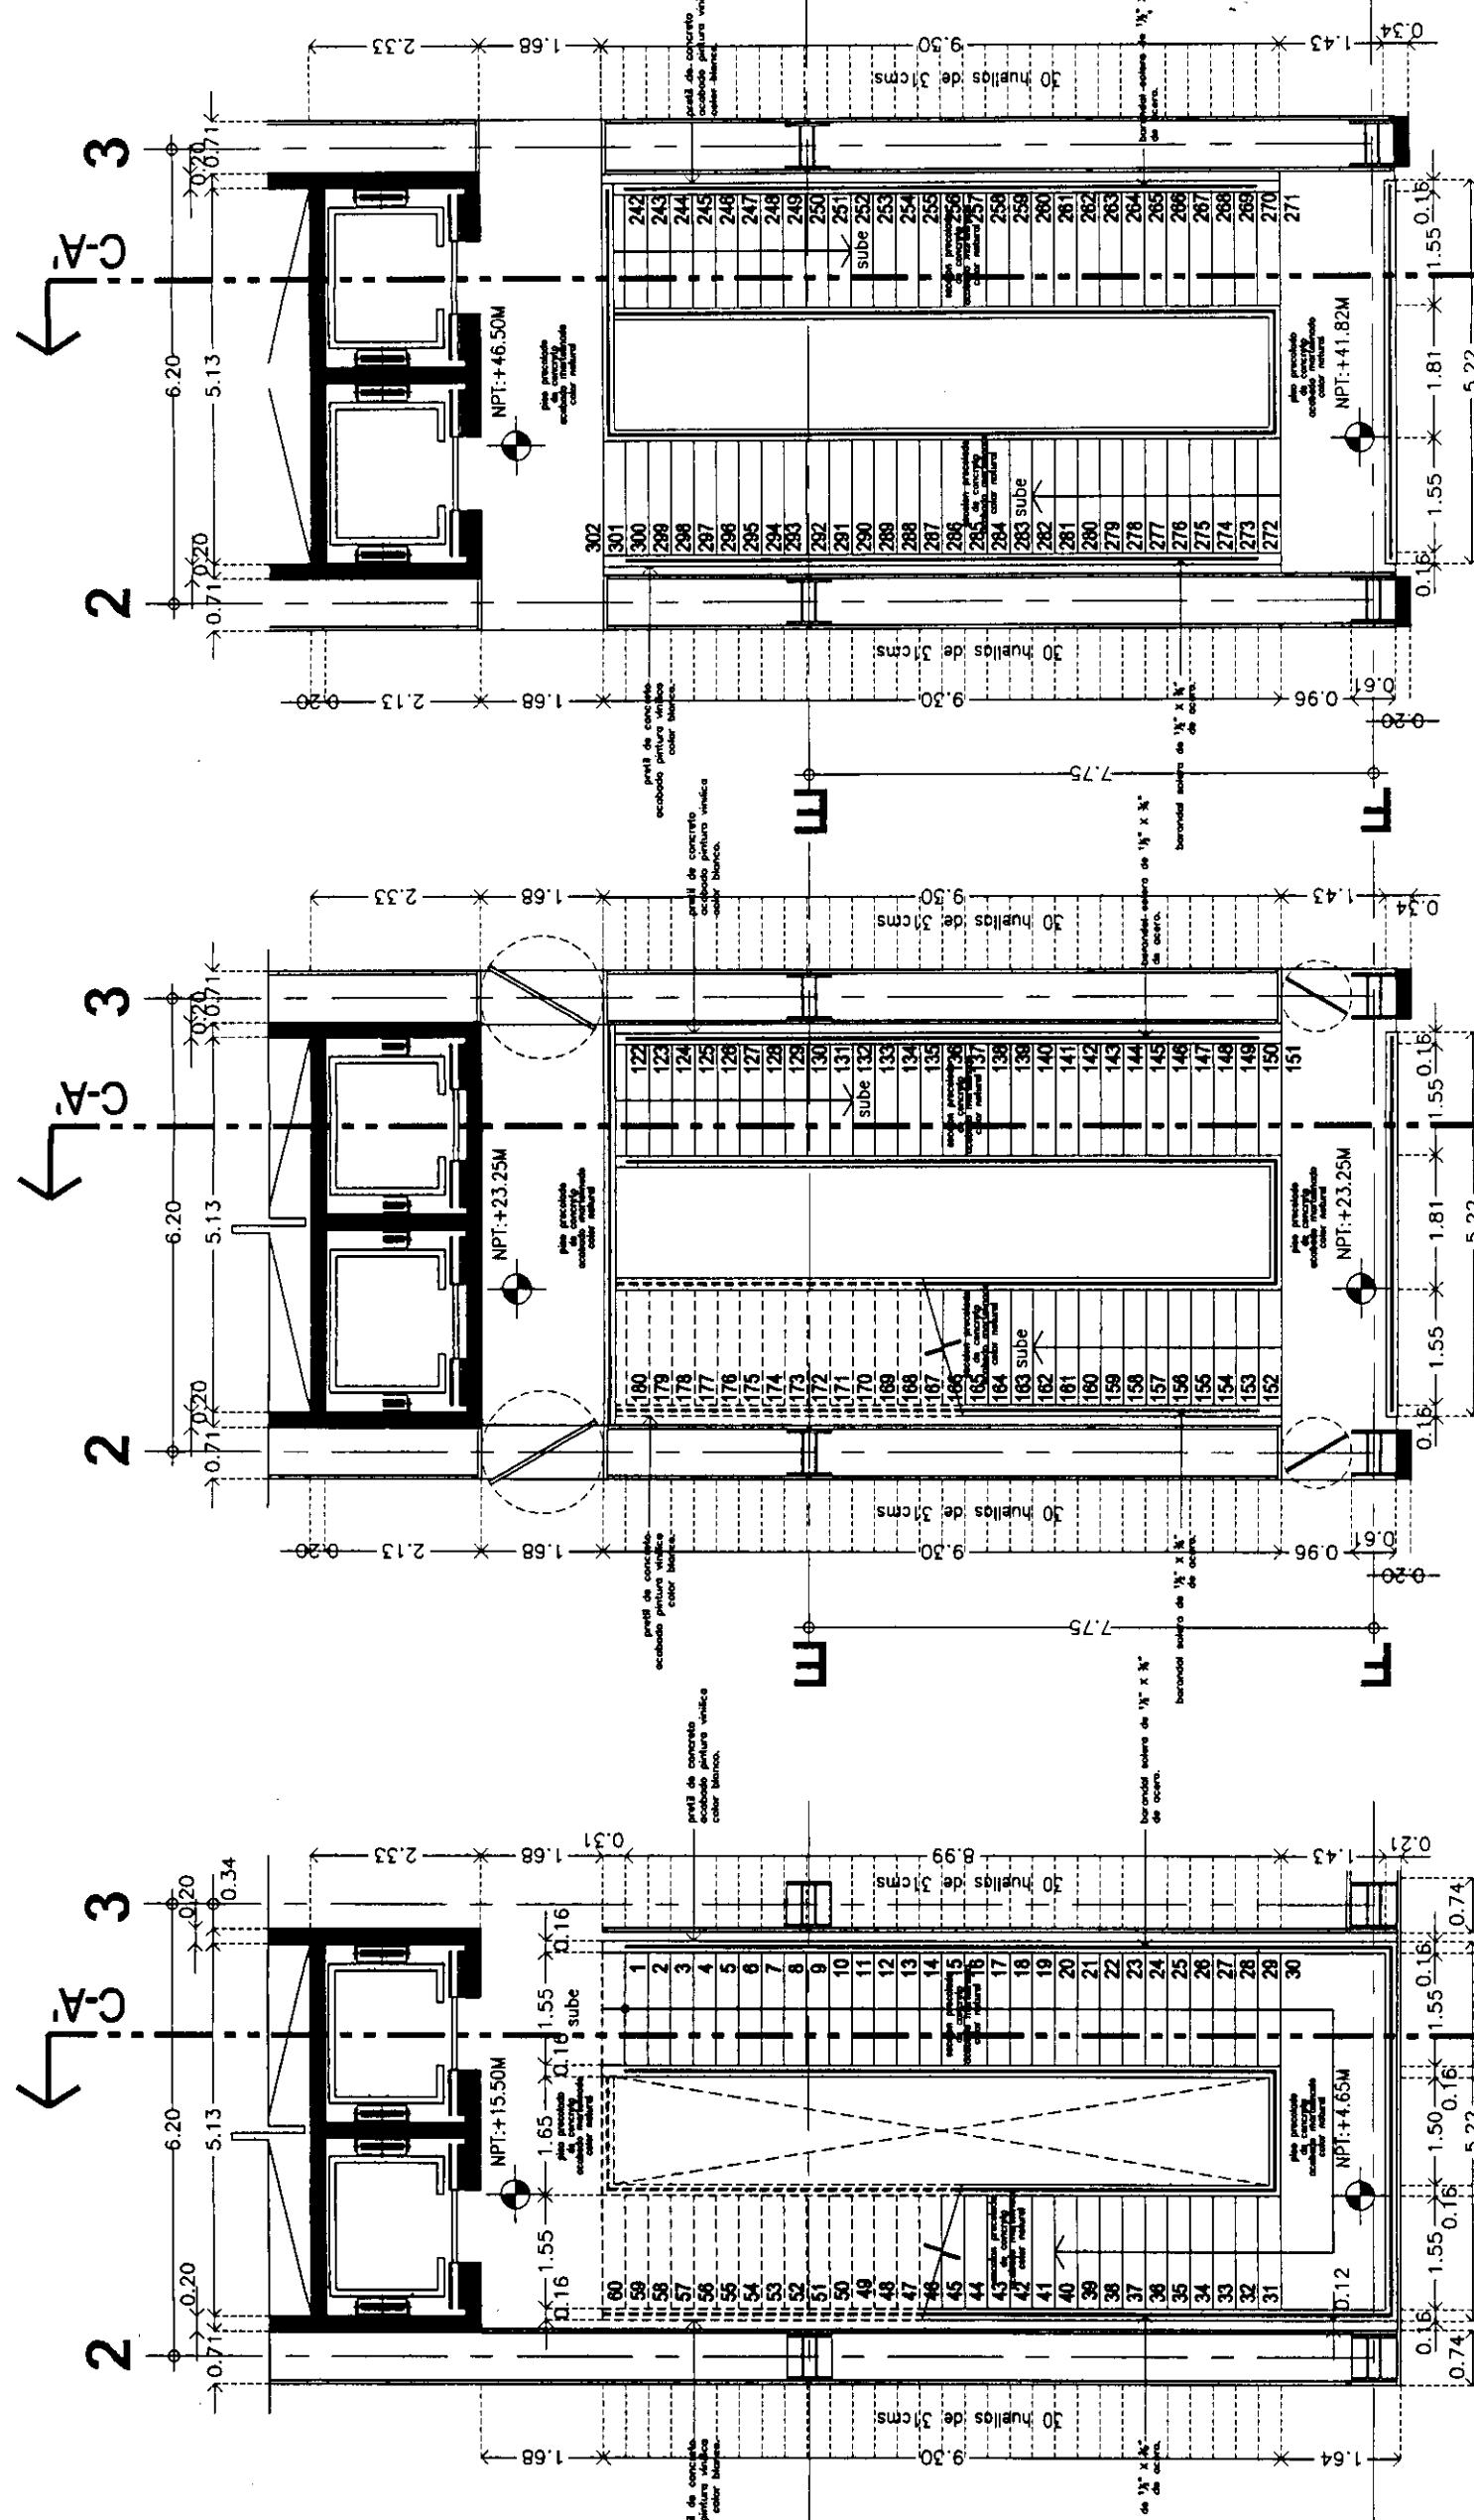


PISO: DETALLE ESCALERA PRINCIPAL

Folio: 204 Escala: 1:100
Activ: ESC-01-M.dwg
Editor: TORRE NORTE
Nombre: ESTAVILLO LARA CHRISTIAN
Cate: ESC-01

Nombre: ESTAVILLO LARA CHRISTIAN
Cate: ESC-01

VIA DE ACERO DE 40mm. PERALTE CON PINTURA RETARANTE AL FUEGO COLOR NEGRO. SIN INDICACIONES DE POMAMOS. ROQUILLA CON COMPRESOR A TRES MANOS.

DET-2
RAMPA ESCALERA
ESC 125

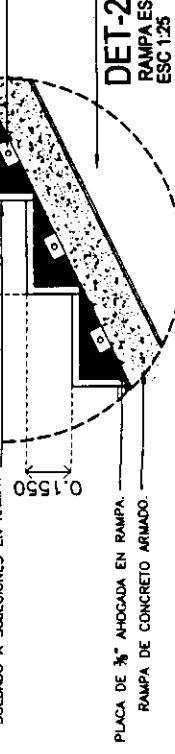

PISO: DETALLE ESCALERA PRINCIPAL
NIVEL TERRAZA N=+46.50m


Folio: 204 Escala: 1:100
Activ: TORRE NORTE
Nombre: ESTAVILLO LARA CHRISTIAN
Cate: ESC-01

Nombre: ESTAVILLO LARA CHRISTIAN
Cate: ESC-01

PISO: DETALLE ESCALERA PRINCIPAL
NIVEL TERRAZA N=+46.50m

Folio: 204 Escala: 1:100
Activ: ESC-01-M.dwg
Editor: TORRE NORTE
Nombre: ESTAVILLO LARA CHRISTIAN
Cate: ESC-01

Nombre: ESTAVILLO LARA CHRISTIAN
Cate: ESC-01

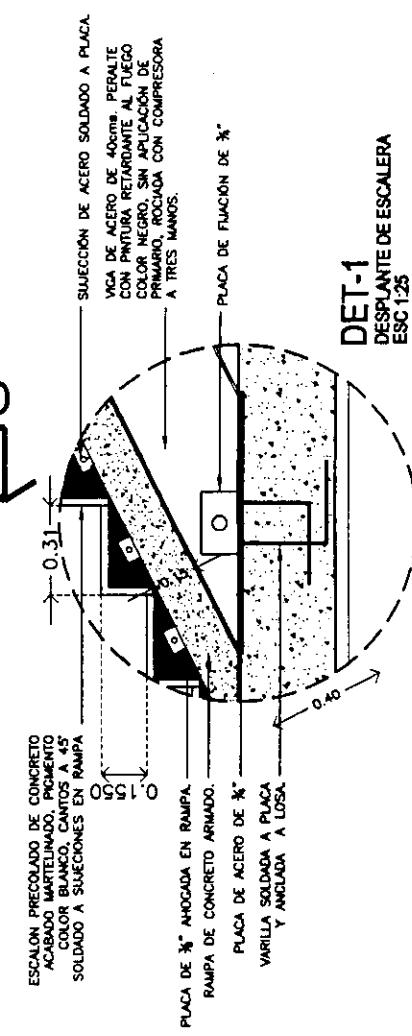



Proyecto:
**CENTRO INTEGRAL
VIZCAÍNAS**

TESIS PROFESIONAL

Ubicación:
EJE CENTRAL LAZARO CARDENAS Y VIZCAÍNAS
CENTRO HISTÓRICO - PERÍMETRO "X"
DELEGACIÓN CUAUHTÉMOC

Trazos de ubicación


Orientación:

NORTE

Trazo de ubicación

Orientación:

NORTE

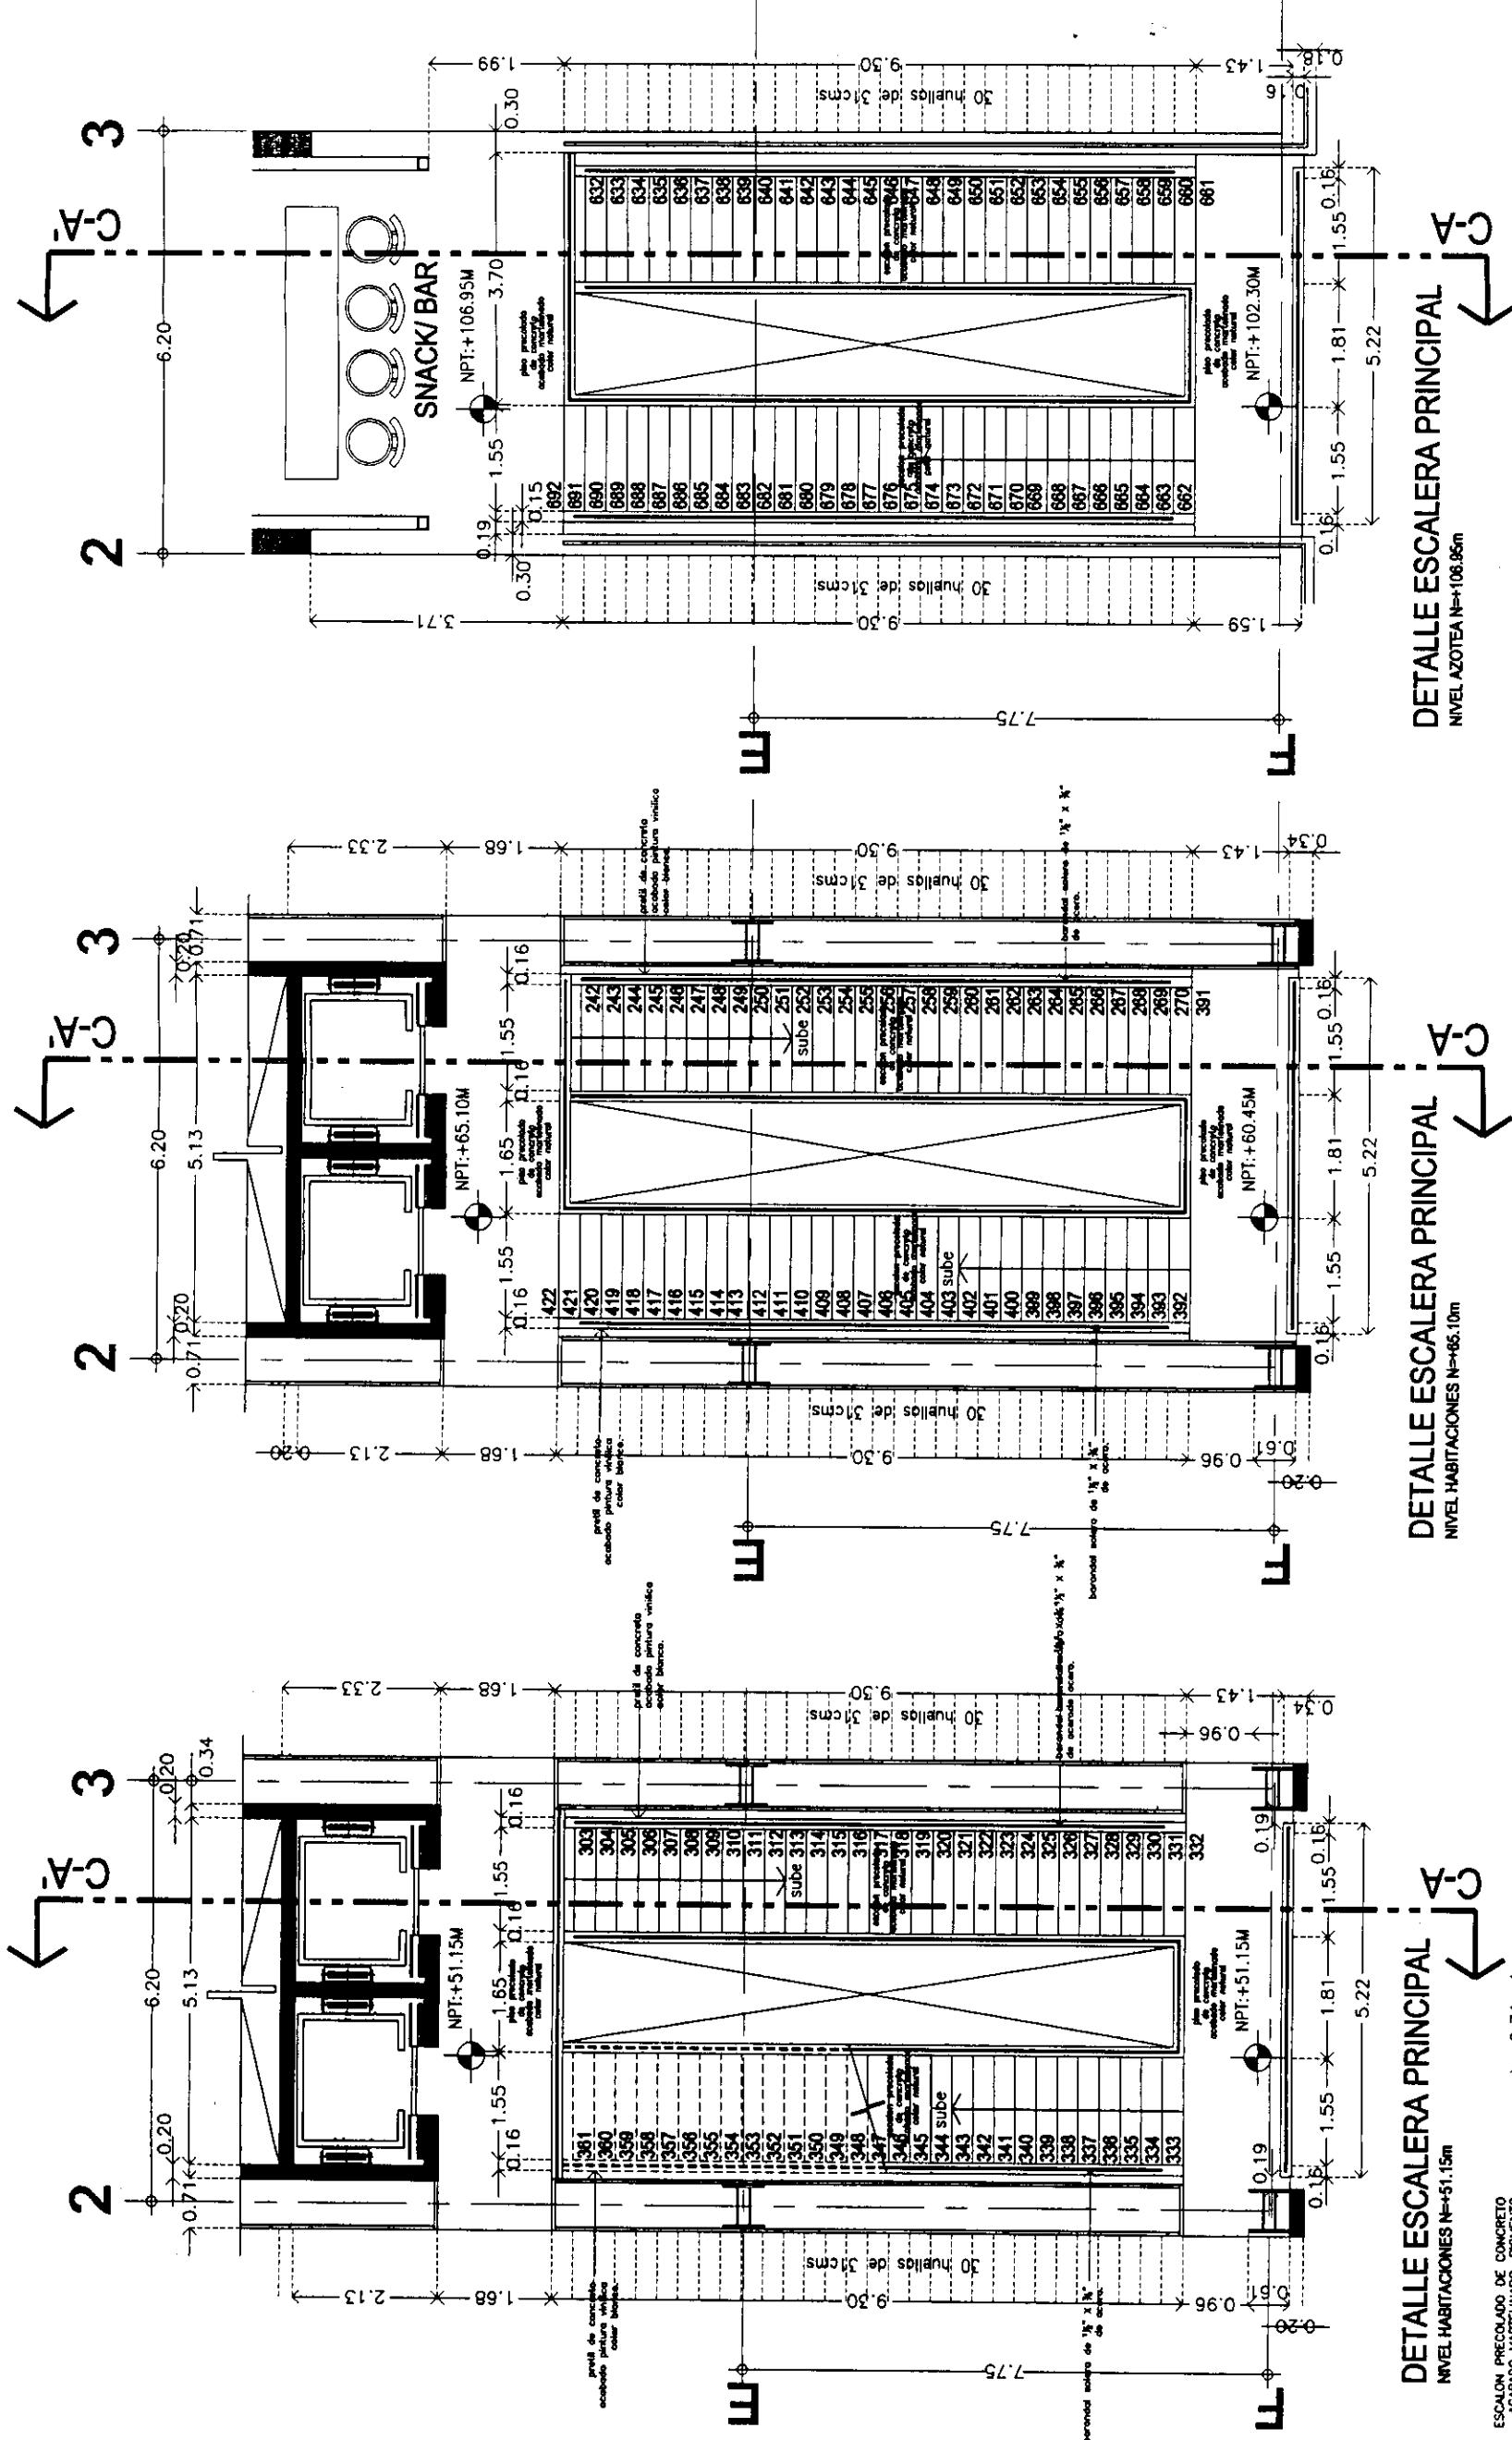

PLANO:
**DETALLE
ESCALERA
PRINCIPAL**

Archivo: ESC-02-M.dwg

Edificio: TORRE NORTE

Nivel: 1

Fecha: 2004

Escala: 1:100

Nombre: ESTAVILLO LARA CHRISTIAN
Cove: ESC-02

Plano:

**DETALLE
ESCALERA
PRINCIPAL**

DET-2
RAMPA ESCALERA
ESC-125

SUECCIÓN DE ACERO SOLDADO A PLACA.

VIGA DE ACERO DE 40xma. PERALTE CON PINTURA RETARDANTE AL FUEGO COLOR NEGRO, SIN APLICACIÓN DE COLOR BLANCO, CANTOS A 45°.

SOLDADO A SUjeciones EN RAMPA

A TRES MANOS.

DET-1
DESPLANTE DE ESCALERA
ESC-125

SUECCIÓN DE ACERO SOLDADO A PLACA.

VIGA DE ACERO DE 40xma. PERALTE CON PINTURA RETARDANTE AL FUEGO COLOR NEGRO, SIN APLICACIÓN DE COLOR BLANCO, CANTOS A 45°.

SOLDADO A SUjeciones EN RAMPA

A TRES MANOS.

PLACA DE 3/8" AHOGADA EN RAMPA.
RAMPA DE CONCRETO ARMADO.
PLACA DE ACERO DE 3/8".
VARILLA SOLDADA A PLACA Y ANCLADA A LOSA.

PLACA DE FLUCCIÓN DE 3/8".
PLACA DE CONCRETO ARMADO.
PLACA DE ACERO DE 3/8".
VARILLA SOLDADA A PLACA Y ANCLADA A LOSA.

ESCALON PRECOLADO DE CONCRETO
ACABADO MATE LINIADO. PIGMENTO
COLOR BLANCO, CANTOS A 45°
SOLDADO A SUjeciones EN RAMPA

ESCALON PRECOLADO DE CONCRETO
ACABADO MATE LINIADO. PIGMENTO
COLOR BLANCO, CANTOS A 45°
SOLDADO A SUjeciones EN RAMPA

VIGA DE ACERO DE 40xma. PERALTE
CON PINTURA RETARDANTE AL FUEGO
COLOR NEGRO, SIN APLICACIÓN DE
COLOR BLANCO, CANTOS A 45°.

VIGA DE ACERO DE 40xma. PERALTE
CON PINTURA RETARDANTE AL FUEGO
COLOR NEGRO, SIN APLICACIÓN DE
COLOR BLANCO, CANTOS A 45°.

PLACA DE 3/8" AHOGADA EN RAMPA.
RAMPA DE CONCRETO ARMADO.
PLACA DE ACERO DE 3/8".
VARILLA SOLDADA A PLACA Y ANCLADA A LOSA.



TESIS PROFESIONAL
CENTRO INTEGRAL
VIZCAÍNAS

Proyecto:

EJE CENTRAL LAZARO CARDENAS Y VIZCAÍNAS
CENTRO HISTÓRICO - PERIMETRO "A"
DELEGACIÓN QUINTAÑO MOC

Ubicación:

(Copia de logotipo)

(Orientación)

Simbología:
LAS COTAS RIGEN AL DIBUJO
LAS COTAS ESTAN EN METROS
LOS NIVELLES ESTAN EN METROS
VERIFICAR MEDIDAS EN OBRA
N.P.T INDICA NIVEL DE PISO TERMINADO
INDICA CAMBIO DE NIVEL
INDICA COTA A PÁNO
INDICA COTA A EJE
INDICA COTA DE PÁNO A EJE

DETALLE ESCALERA PRINCIPAL

Plano:


Folio: 2004 Escala: 1:100
Archiv: ESC-03-Nwg

Edificio: TORRE NORTE

Nivel:

Sección:

Nombre: ESTAVILLO LABA CHRISTIAN
Diseño: ESC-04

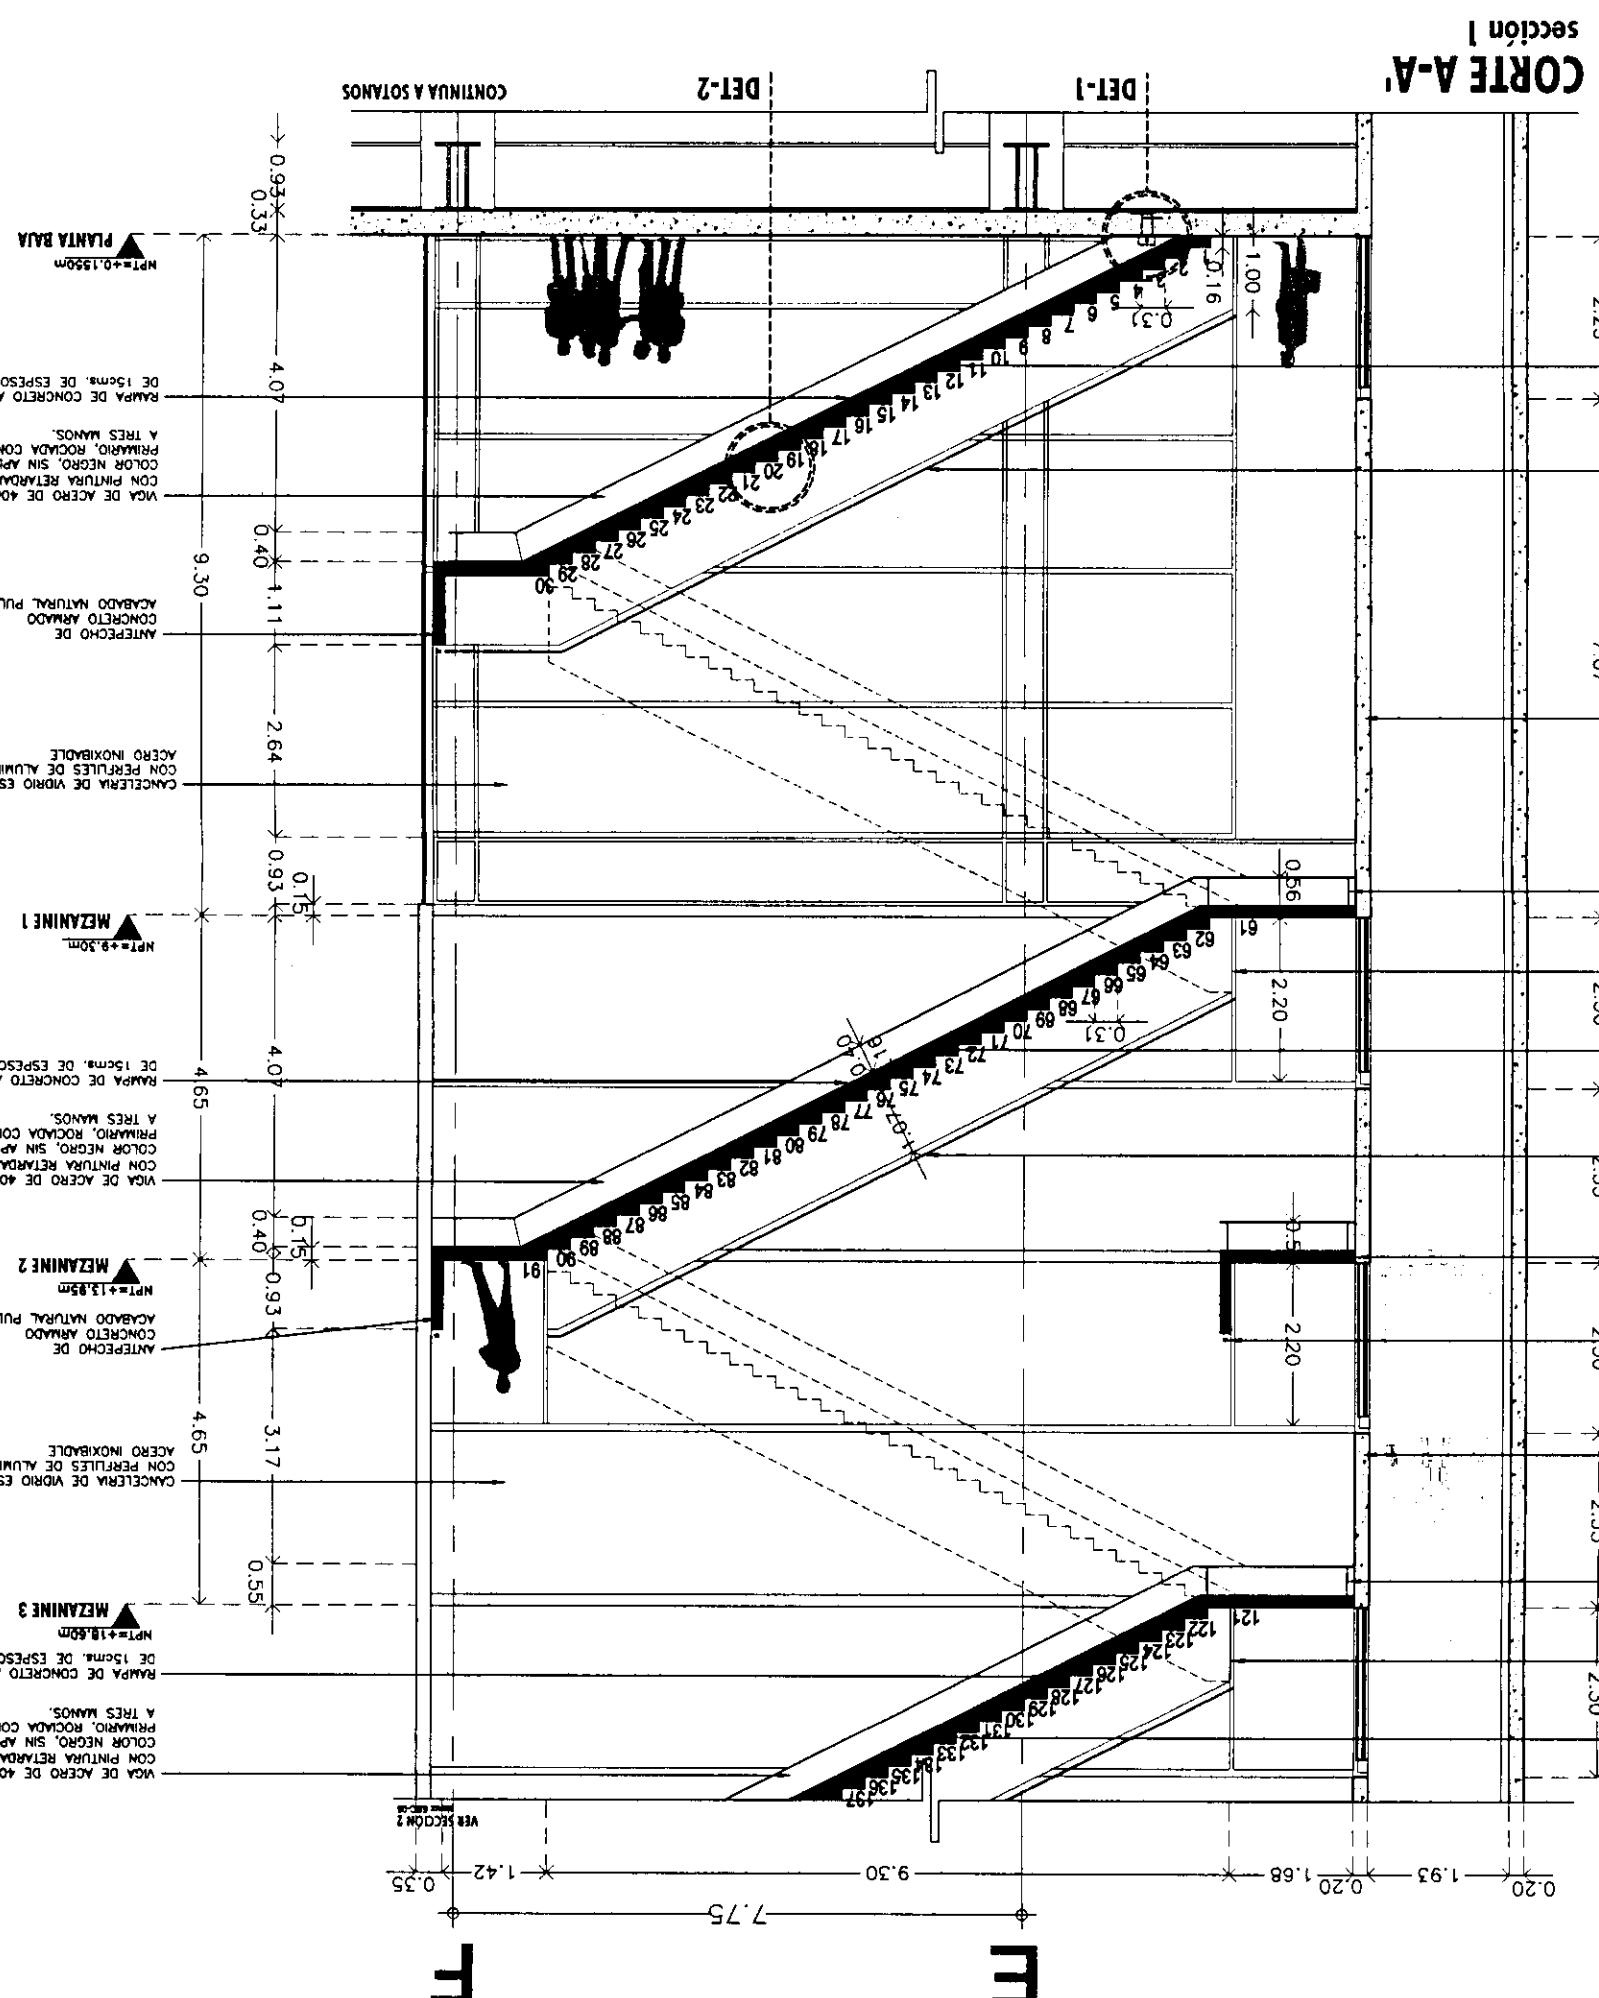



**PROYECTO:
TESIS PROFESIONAL
CENTRO INTEGRAL
VIZCAÍNAS**

TECNICI DEDICAZIONALI

INTRO INTEGRAL
VÍTCAÍNAS


Ubicación: EJE CENTRAL LAZARO CARDENAS Y VIZCAÍNAS CENTRO HISTÓRICO - PERÍMETRO "A" DELEGACIÓN CUAUHTEMOC	Orientación: 
Carácter de localización: 	Características del terreno: 

Simbología:	<ul style="list-style-type: none"> -LAS COTAS RIGEN AL DIBUJO -LAS COTAS ESTAN EN METROS -LOS NIVELES ESTAN EN METROS -VERIFICAR MEDIDAS EN OBRA
N.P.T.	INDICA NIVEL DE PISO TERMINADO
	INDICA CAMBIO DE NIVEL
00' 1"	INDICA COTA A PAÑO
00' 1"	INDICA COTA A EJE
00' 1"	INDICA COTA DE PAÑO A EJE

**DETALLE
ESCALERA
PRINCIPAL**

PLANO: _____

Nombre:	ESTAVILLO LARA CHRISTIAN	
Clave:		
Edificio:	TORRE NORTE	Nivel:
Sesión:		

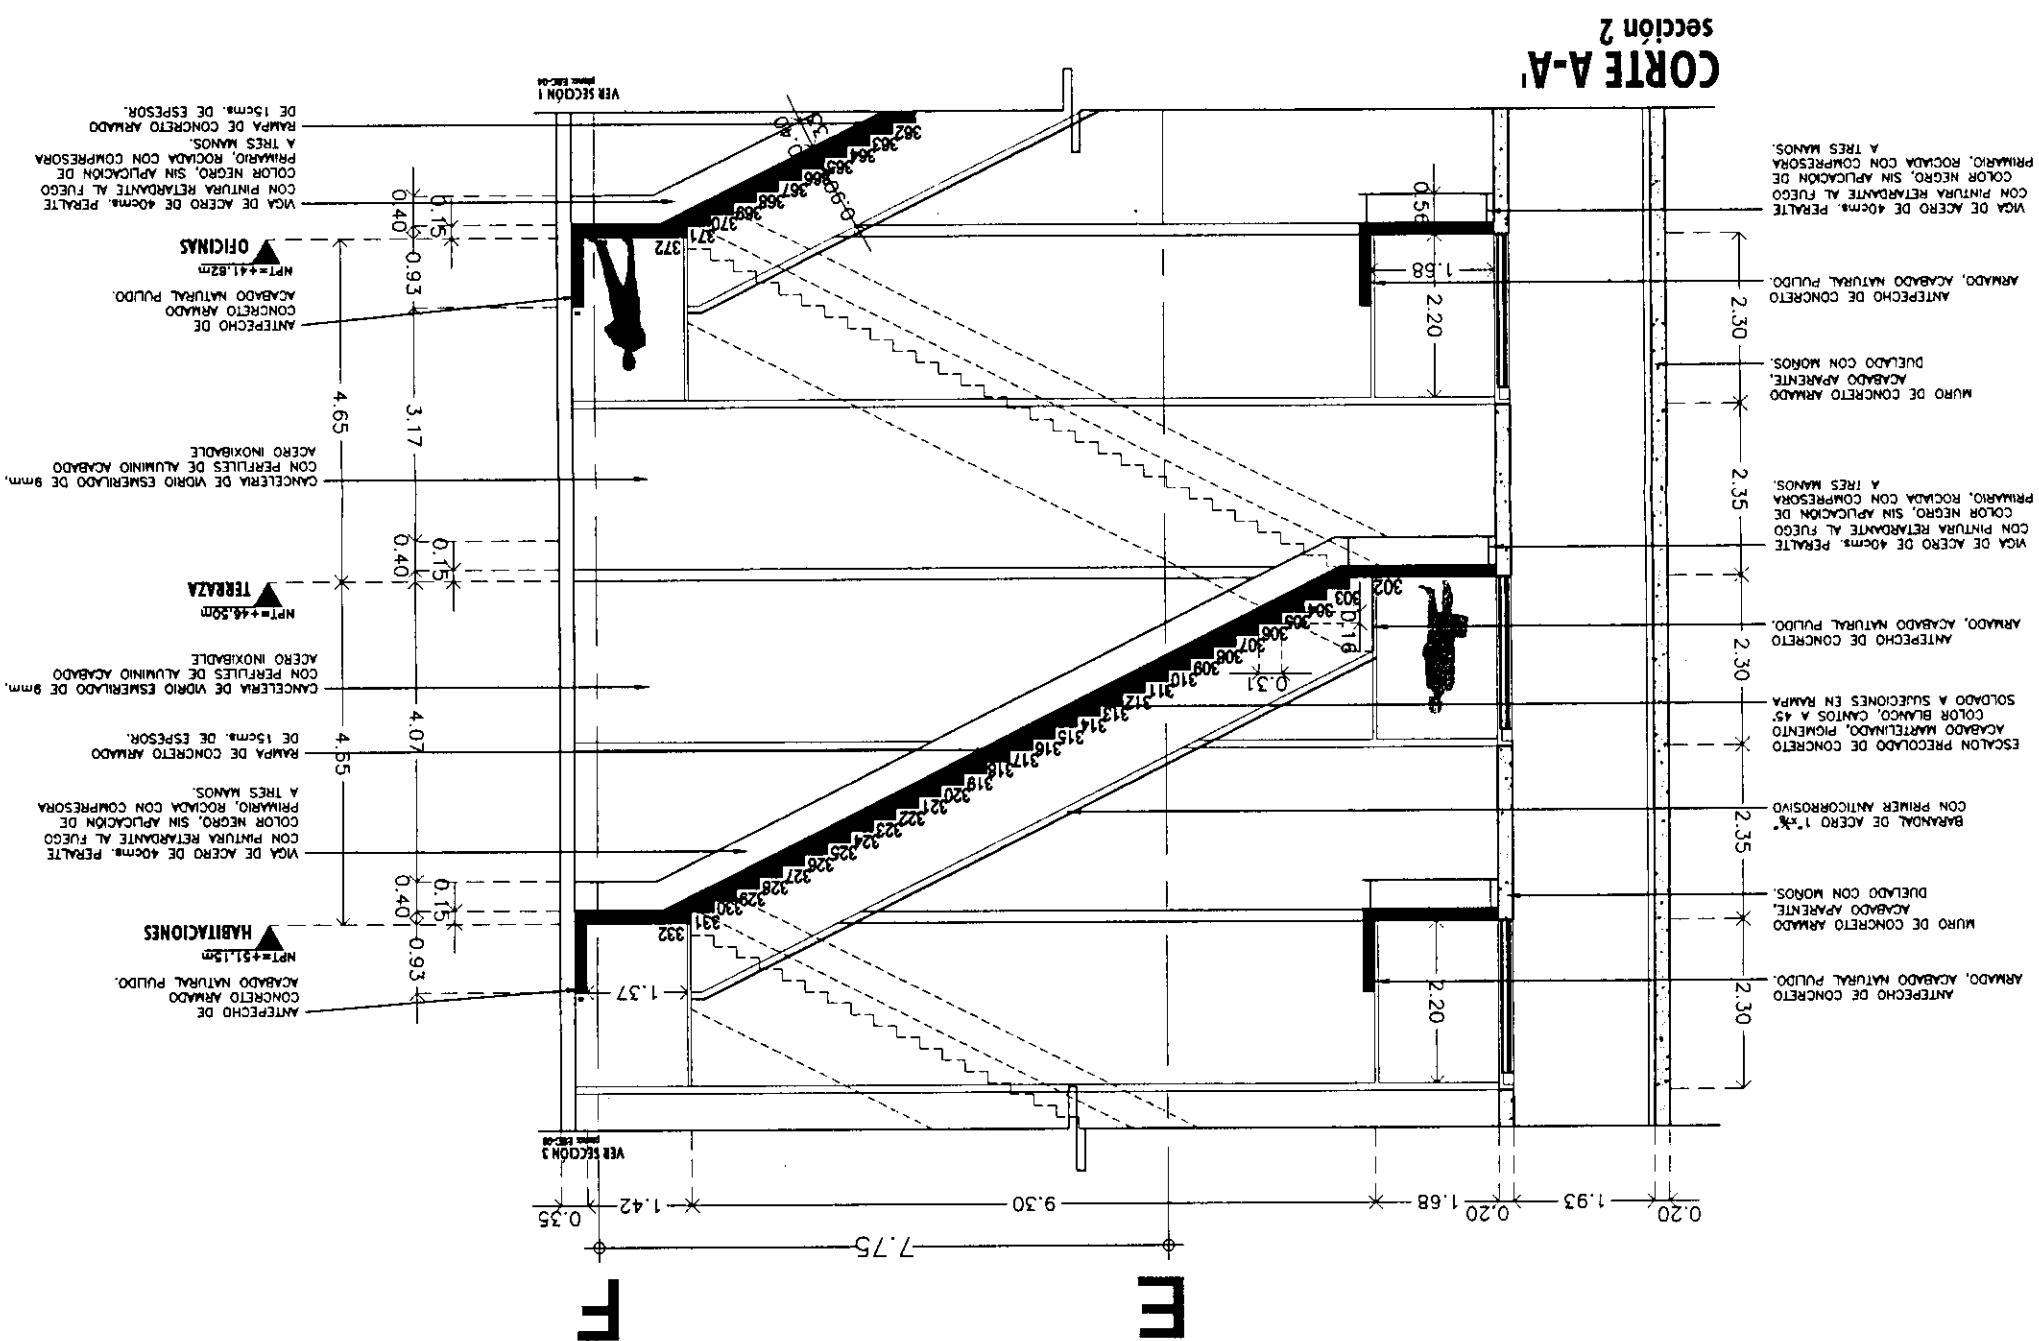



CENTRO INTEGRAL
VIZCAÍNAS

3

TECH PROFESSIONALS

CENTRO INTEGRAL
VITCAÍNAS

<p>Ubicación:</p> <p>EJE CENTRAL LAZARO CARDENAS Y VIZCAÍNAS CENTRO HISTÓRICO - PERÍMETRO "A" DELEGACIÓN CUAUHTEMOC</p>	<p>Orientación:</p>  <p>The diagram shows a rectangular building footprint with a north arrow pointing upwards. The text "Norte" is at the top, "Sur" is at the bottom, "Este" is on the right, and "Oeste" is on the left.</p>
<p>Área de Localización</p>  <p>A detailed map showing the building's location within a larger urban context, including surrounding streets and landmarks. A north arrow is also present.</p>	

Simbología:

- LAS COTAS RIGEN AL DIBUJO
- LAS COTAS ESTAN EN METROS
- LOS NIVELES ESTAN EN METROS
- VERIFICAR MEDIDAS EN OBRA

N.P.T.



INDICA NIVEL DE PISO TERMINADO

INDICA CAMBIO DE NIVEL

INDICA COTA A PIANO

DETALLE ESCALE FRA PRINCIPAL

1

KINCL AL

卷之三

E3L-03-H.d

Sección: _____ Nivel: _____

卷之三

MILLENIUM BANK C.I.I.E.



**CENTRO INTEGRAL
VIZCAÍNAS**

TESIS PROFESIONAL

**INTRO INTEGRI
VIZCAÍNAS**


Simbología:	<ul style="list-style-type: none"> -LAS COTAS RIGEN AL DIBUJO -LAS COTAS ESTAN EN METROS -LOS NIVELES ESTAN EN METROS -VERIFICAR MEDIDAS EN OBRA
	 <ul style="list-style-type: none"> N.P.T INDICA NIVEL DE PISO TERMINADO INDICA CAMBIO DE NIVEL → INDICA COTA A PÁRIO → INDICA COTA A EJE → INDICA COTA DE PÁRIO A EJE

DETALLE ESCALERA EMERGENCIA

Archivio: **RCC** **AA** **N. 1**

Edición: **Todos sus otros** **Nivel:** **Secundaria**

ESTAVILLO LARA CHRISTIAN

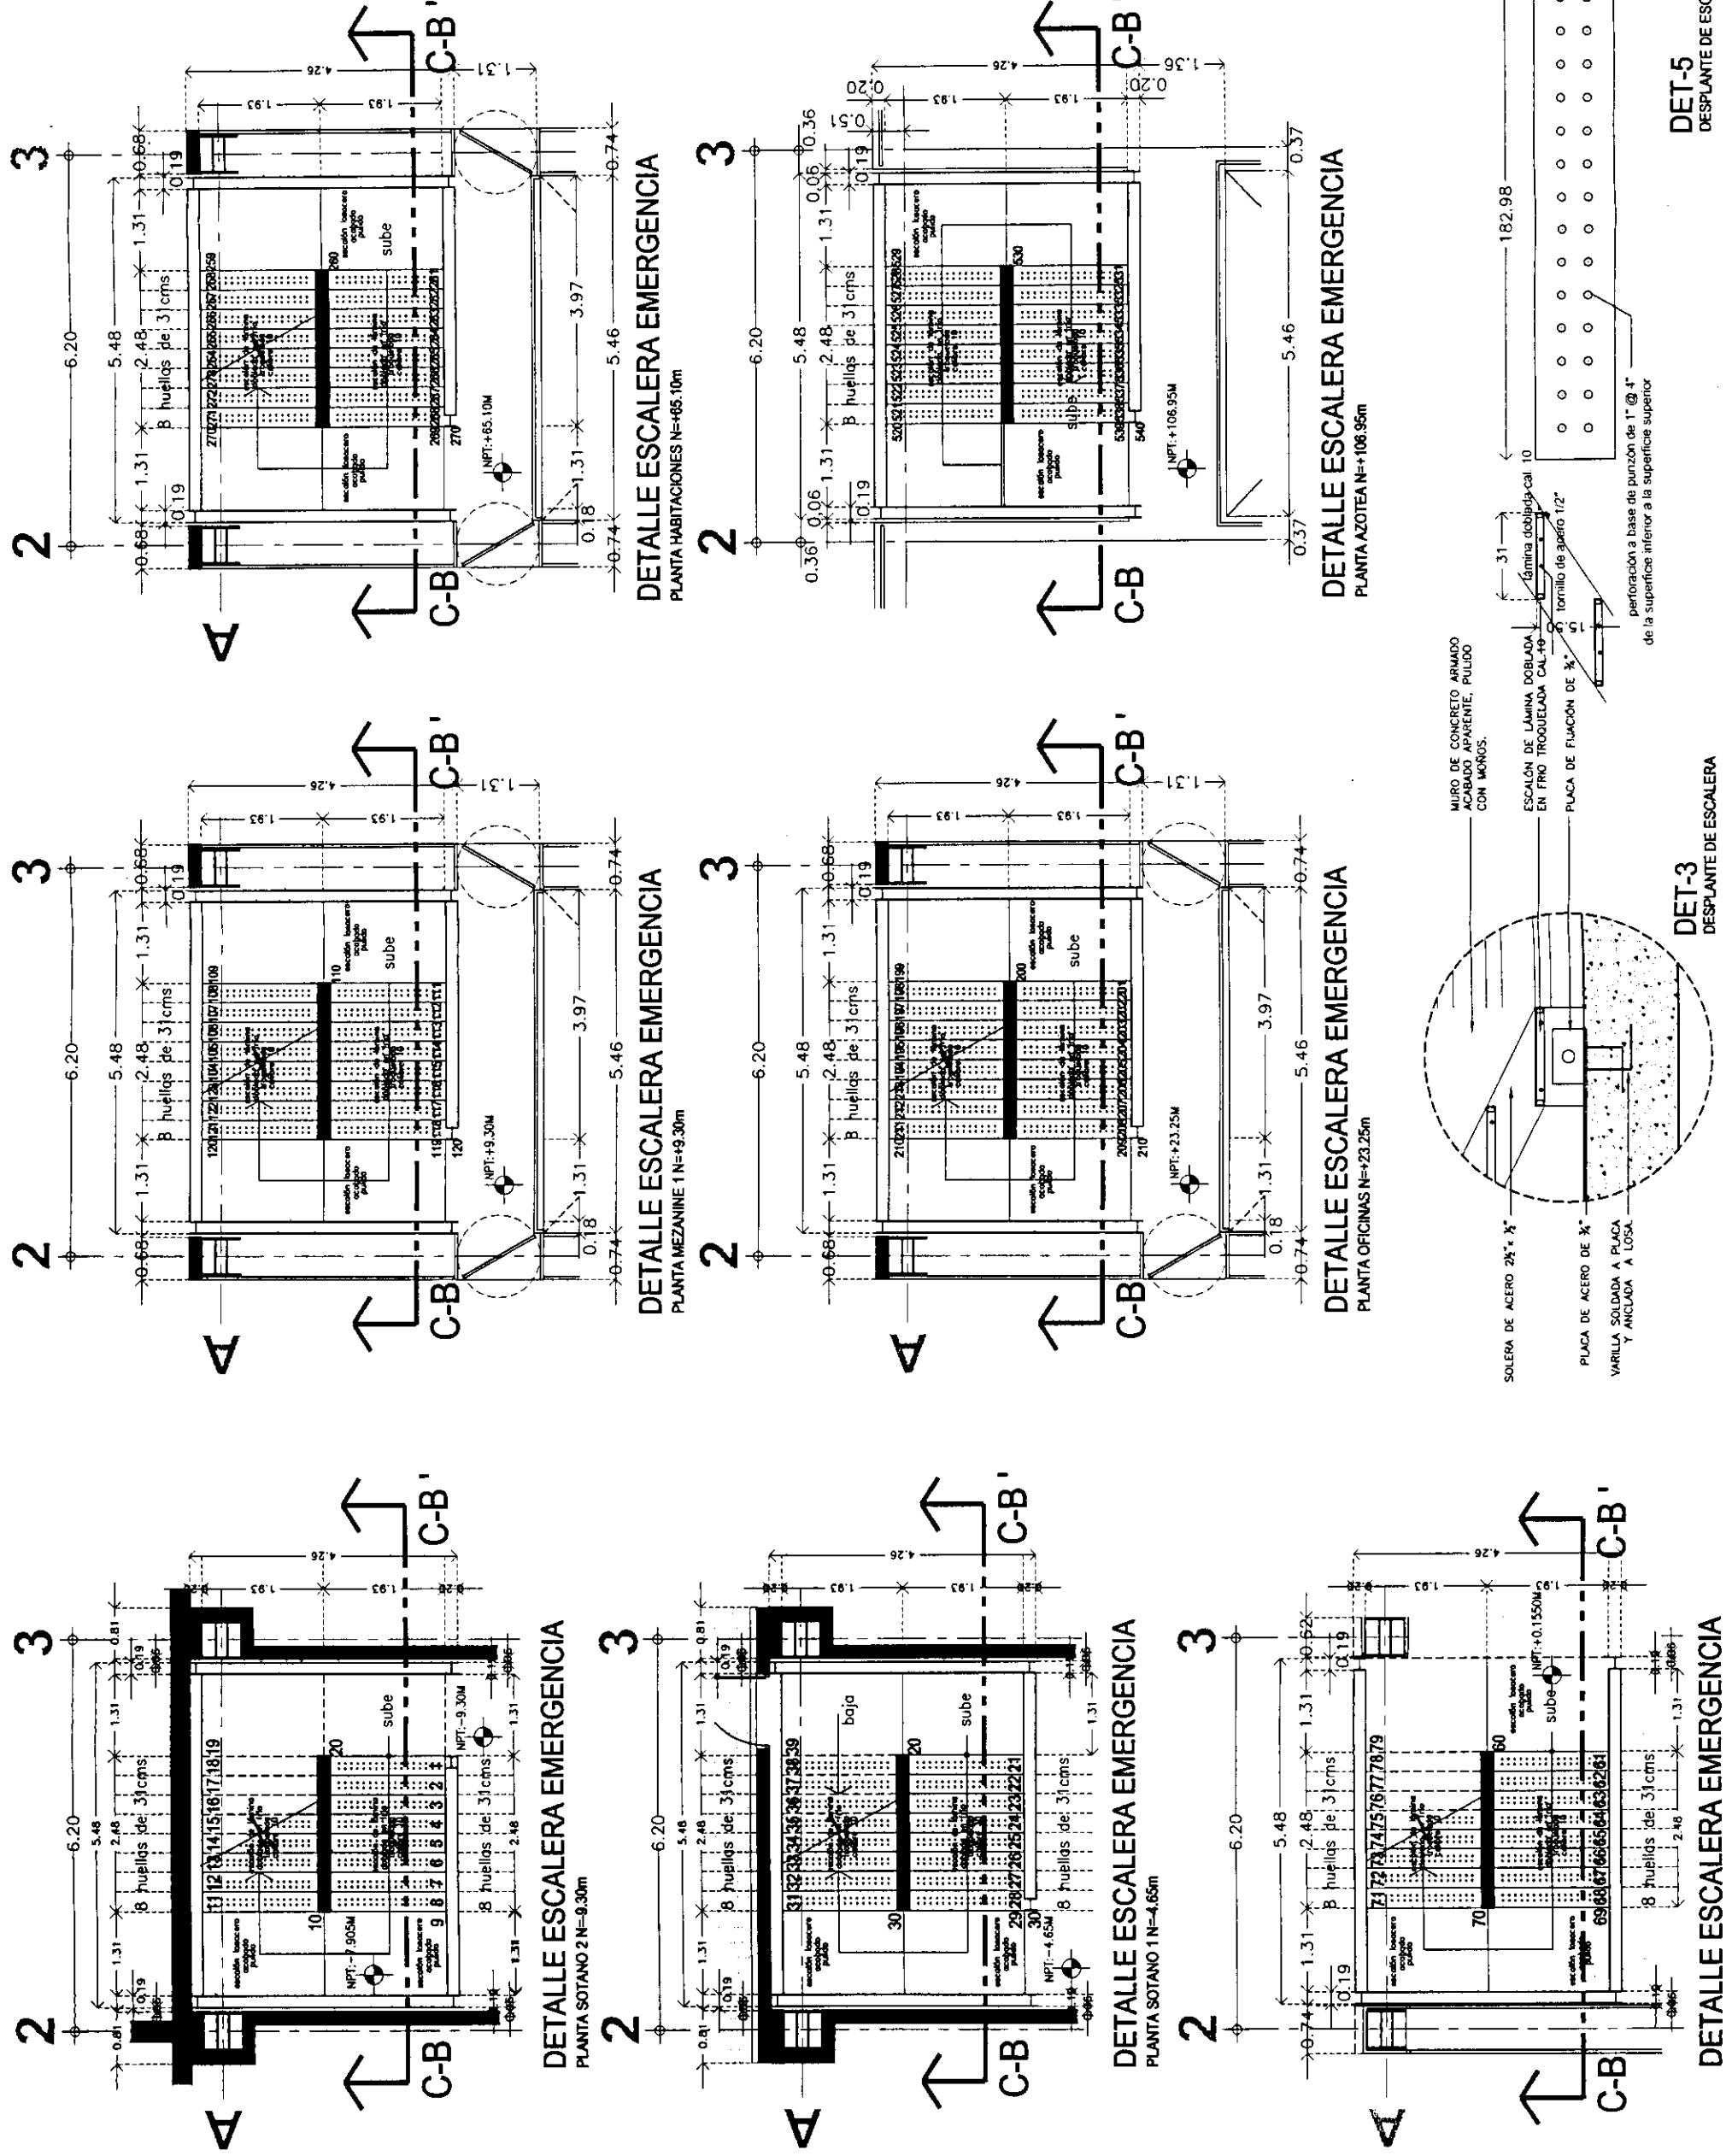




TESIS PROFESIONAL
CENTRO INTEGRAL
VIZCAÍNAS

Simbología:	-LAS COTAS RIGEN AL DIBUJO		N.P.T	INDICA NIVEL DE PISO TERMINADO
	-LAS COTAS ESTAN EN METROS		I.C.	INDICA CAMBIO DE NIVEL
	-LOS NIVELES ESTAN EN METROS		S./O.	INDICA COTA A PANO
	-VERIFICAR MEDIDAS EN OBRA		S./S.	INDICA COTA A EJE

PLANO:	DETALLE ESCALERA EMERGENCIA	Fecha: 2004	Edic: 1/75
---------------	--------------------------------------------	--------------------	-------------------

Name: ESTAVILLO LARA CHRISTIAN
Clave: ESC-08

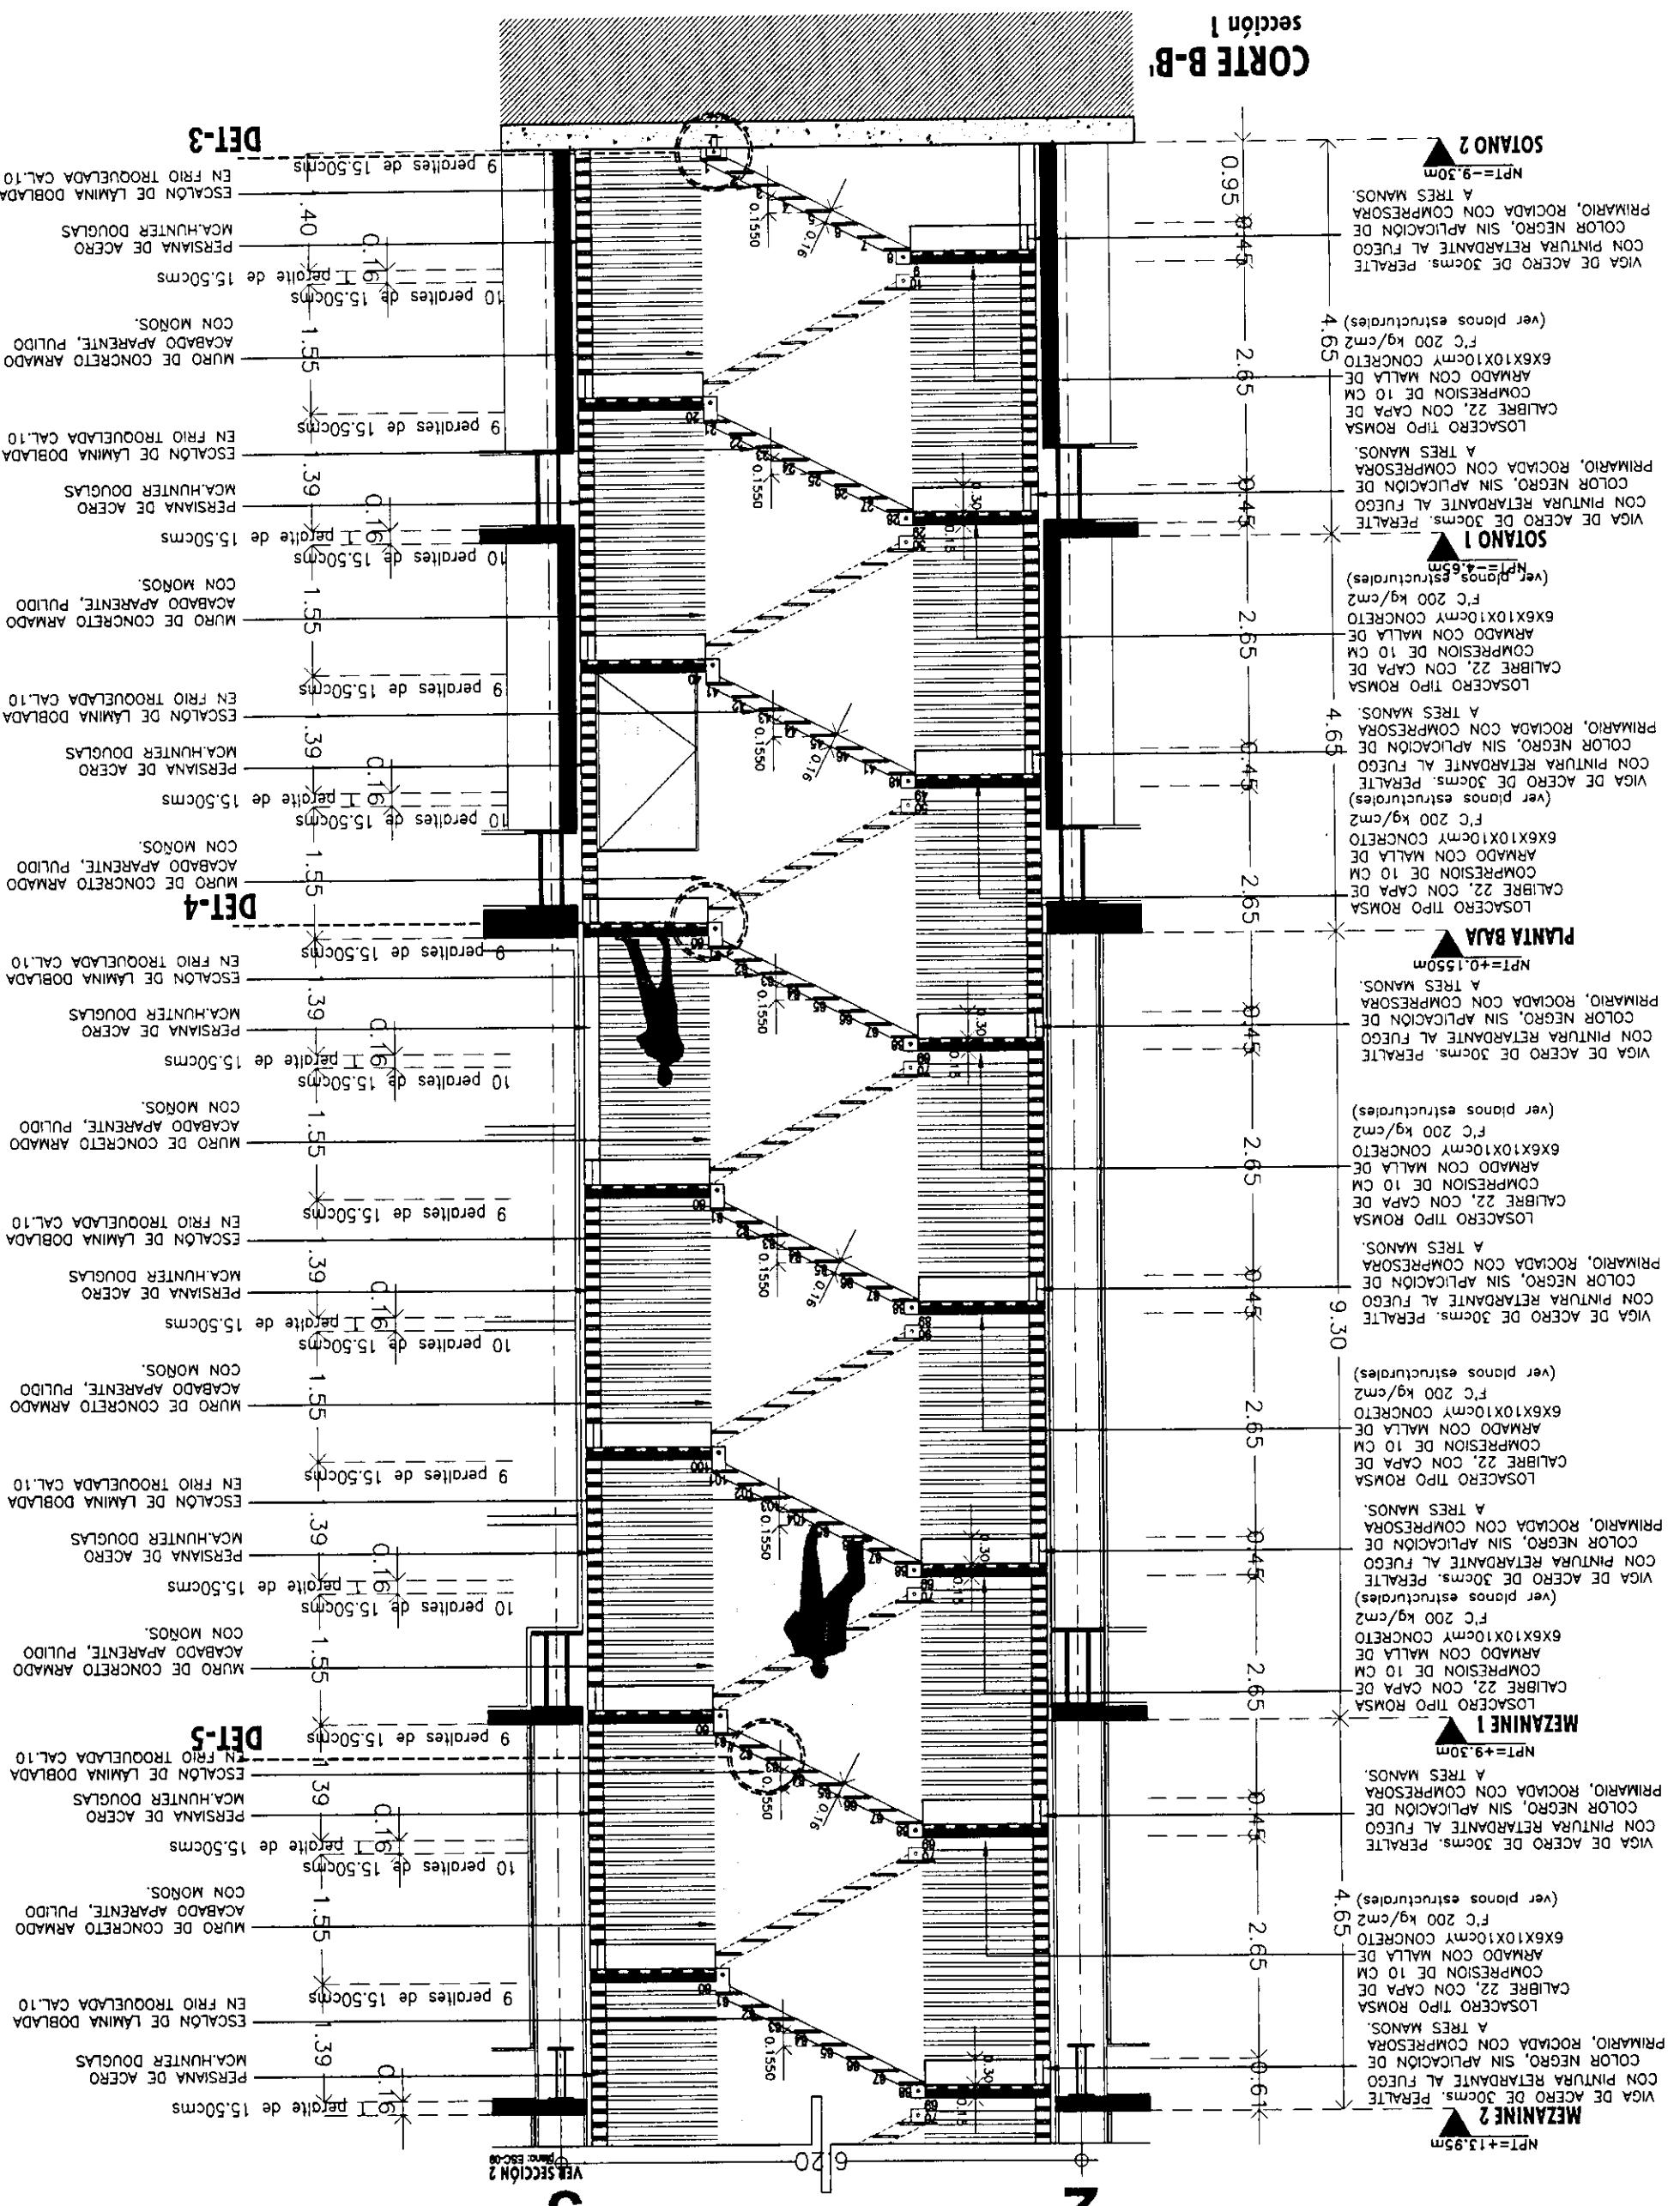




Proyecto: TESIS PROFESIONAL
CENTRO INTEGRAL VIZCAÍNAS

The diagram illustrates four types of symbols used in architectural drawings:

- Simbología:** Shows a vertical line with horizontal dashed lines at different heights, labeled **-LAS COTAS RIGEN AL DIBUJO**.
- LAS COTAS ESTAN EN METROS**: Shows a vertical line with horizontal dashed lines at different heights, labeled **-LOS NIVELES ESTAN EN METROS**.
- VERIFICAR MEDIDAS EN OBRA.**: Shows a vertical line with horizontal dashed lines at different heights, labeled **-VERIFICAR MEDIDAS EN OBRA.**
- N.P.T**: Shows a circle with a vertical line through it, labeled **INDICA NIVEL DE PISO TERMINADO**.
- INDICA CAMBIO DE NIVEL**: Shows a circle with a diagonal line through it, labeled **INDICA CAMBIO DE NIVEL**.
- INDICA COTA A PIANO**: Shows a circle with a horizontal line through it, labeled **INDICA COTA A PIANO**.
- INDICA COTA A EJE**: Shows a circle with a vertical line through it, labeled **INDICA COTA A EJE**.
- INDICA COTA DE PIANO A EJE**: Shows a circle with both horizontal and vertical lines through it, labeled **INDICA COTA DE PIANO A EJE**.

PIANO:	DETALLE ESCALERA EMERGENCIA		
Fecha:	2004	Edifico:	1:75
Año libro:	ESC-05-N-dw		
Editorio:	NIÑER	Sectión:	
Nombre: ESTAVILLO LARA CHRISTIAN		Clave: ESC-09	

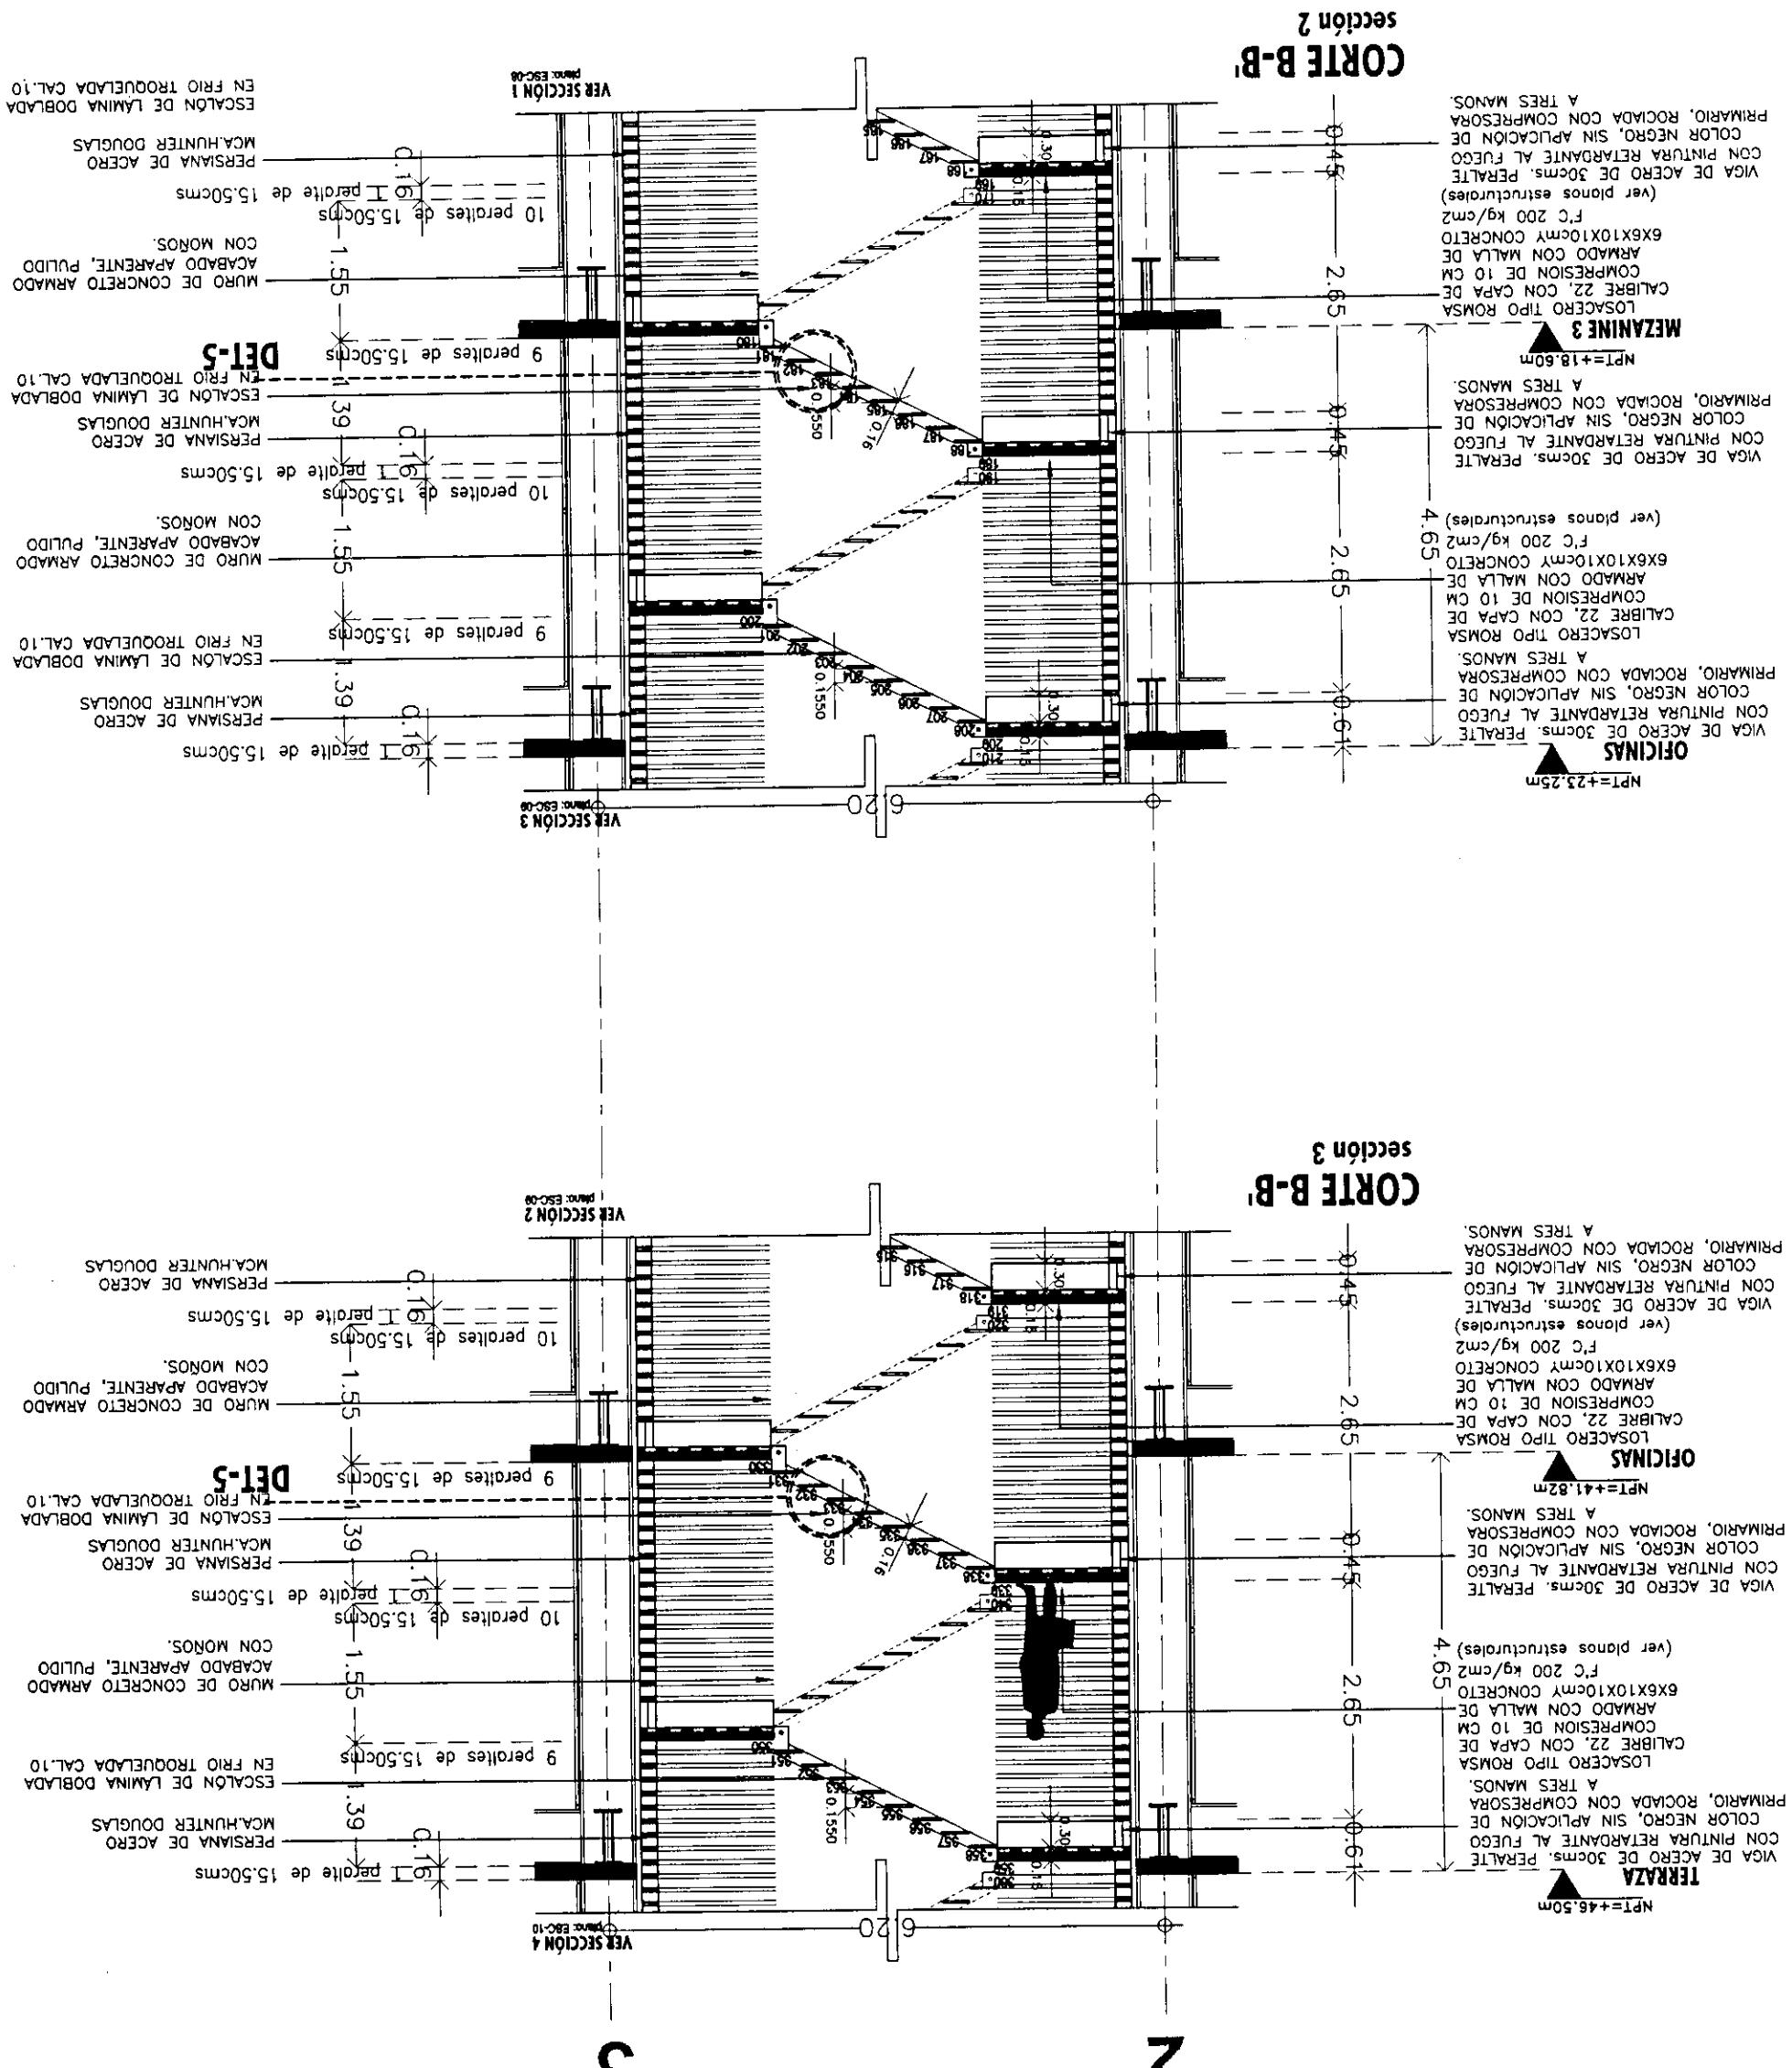



**PROYECTO:
TESIS PROFESIONAL
CENTRO INTEGRAL
VIZCAÍNAS**


<p>Ubicación:</p> <p>EJE CENTRAL LAZARO CARDENAS Y VITCAINAS CENTRO HISTÓRICO - PÉRIMETRO "A" DELEGACIÓN CUAUHTEMOC</p>	 <p>Map showing the location of the Eje Central Lazaro Cardenas and Vitcainas area within the Centro Historico, Delegacion Cuauhtemoc. The map includes labels for the Eje Central, Calle 16 de Septiembre, and Calle 10 de Noviembre. A north arrow is also present.</p>
<p>Orientación:</p> <p>0 orientación:</p>	

Simbología:	<ul style="list-style-type: none"> -LAS COTAS RIGEN AL DIBUJO -LAS COTAS ESTÁN EN MÉTROS -LOS NIVELES ESTÁN EN MÉTRICAS -VERIFICAR MEDIDAS EN OBRA
	INDICA NIVEL DE PISO TERMINADO
	INDICA CAMBIO DE NIVEL
	N.P.T INDICA COTA A PISO
	INDICA COTA A L.E.
	INDICA COTA DE PÁNO A EJE

**DETALLE
ESCALERA
EMERGENCIA**

PLANO: _____ **Fecha:** _____

Archivo:	ESC-05-N.dwg	
Edificio:	TORRE NORTE	Nivel: Sección:
Nombre:	ESTAVILLO LARA CHRISTIAN	
Calle:	ESC-10	

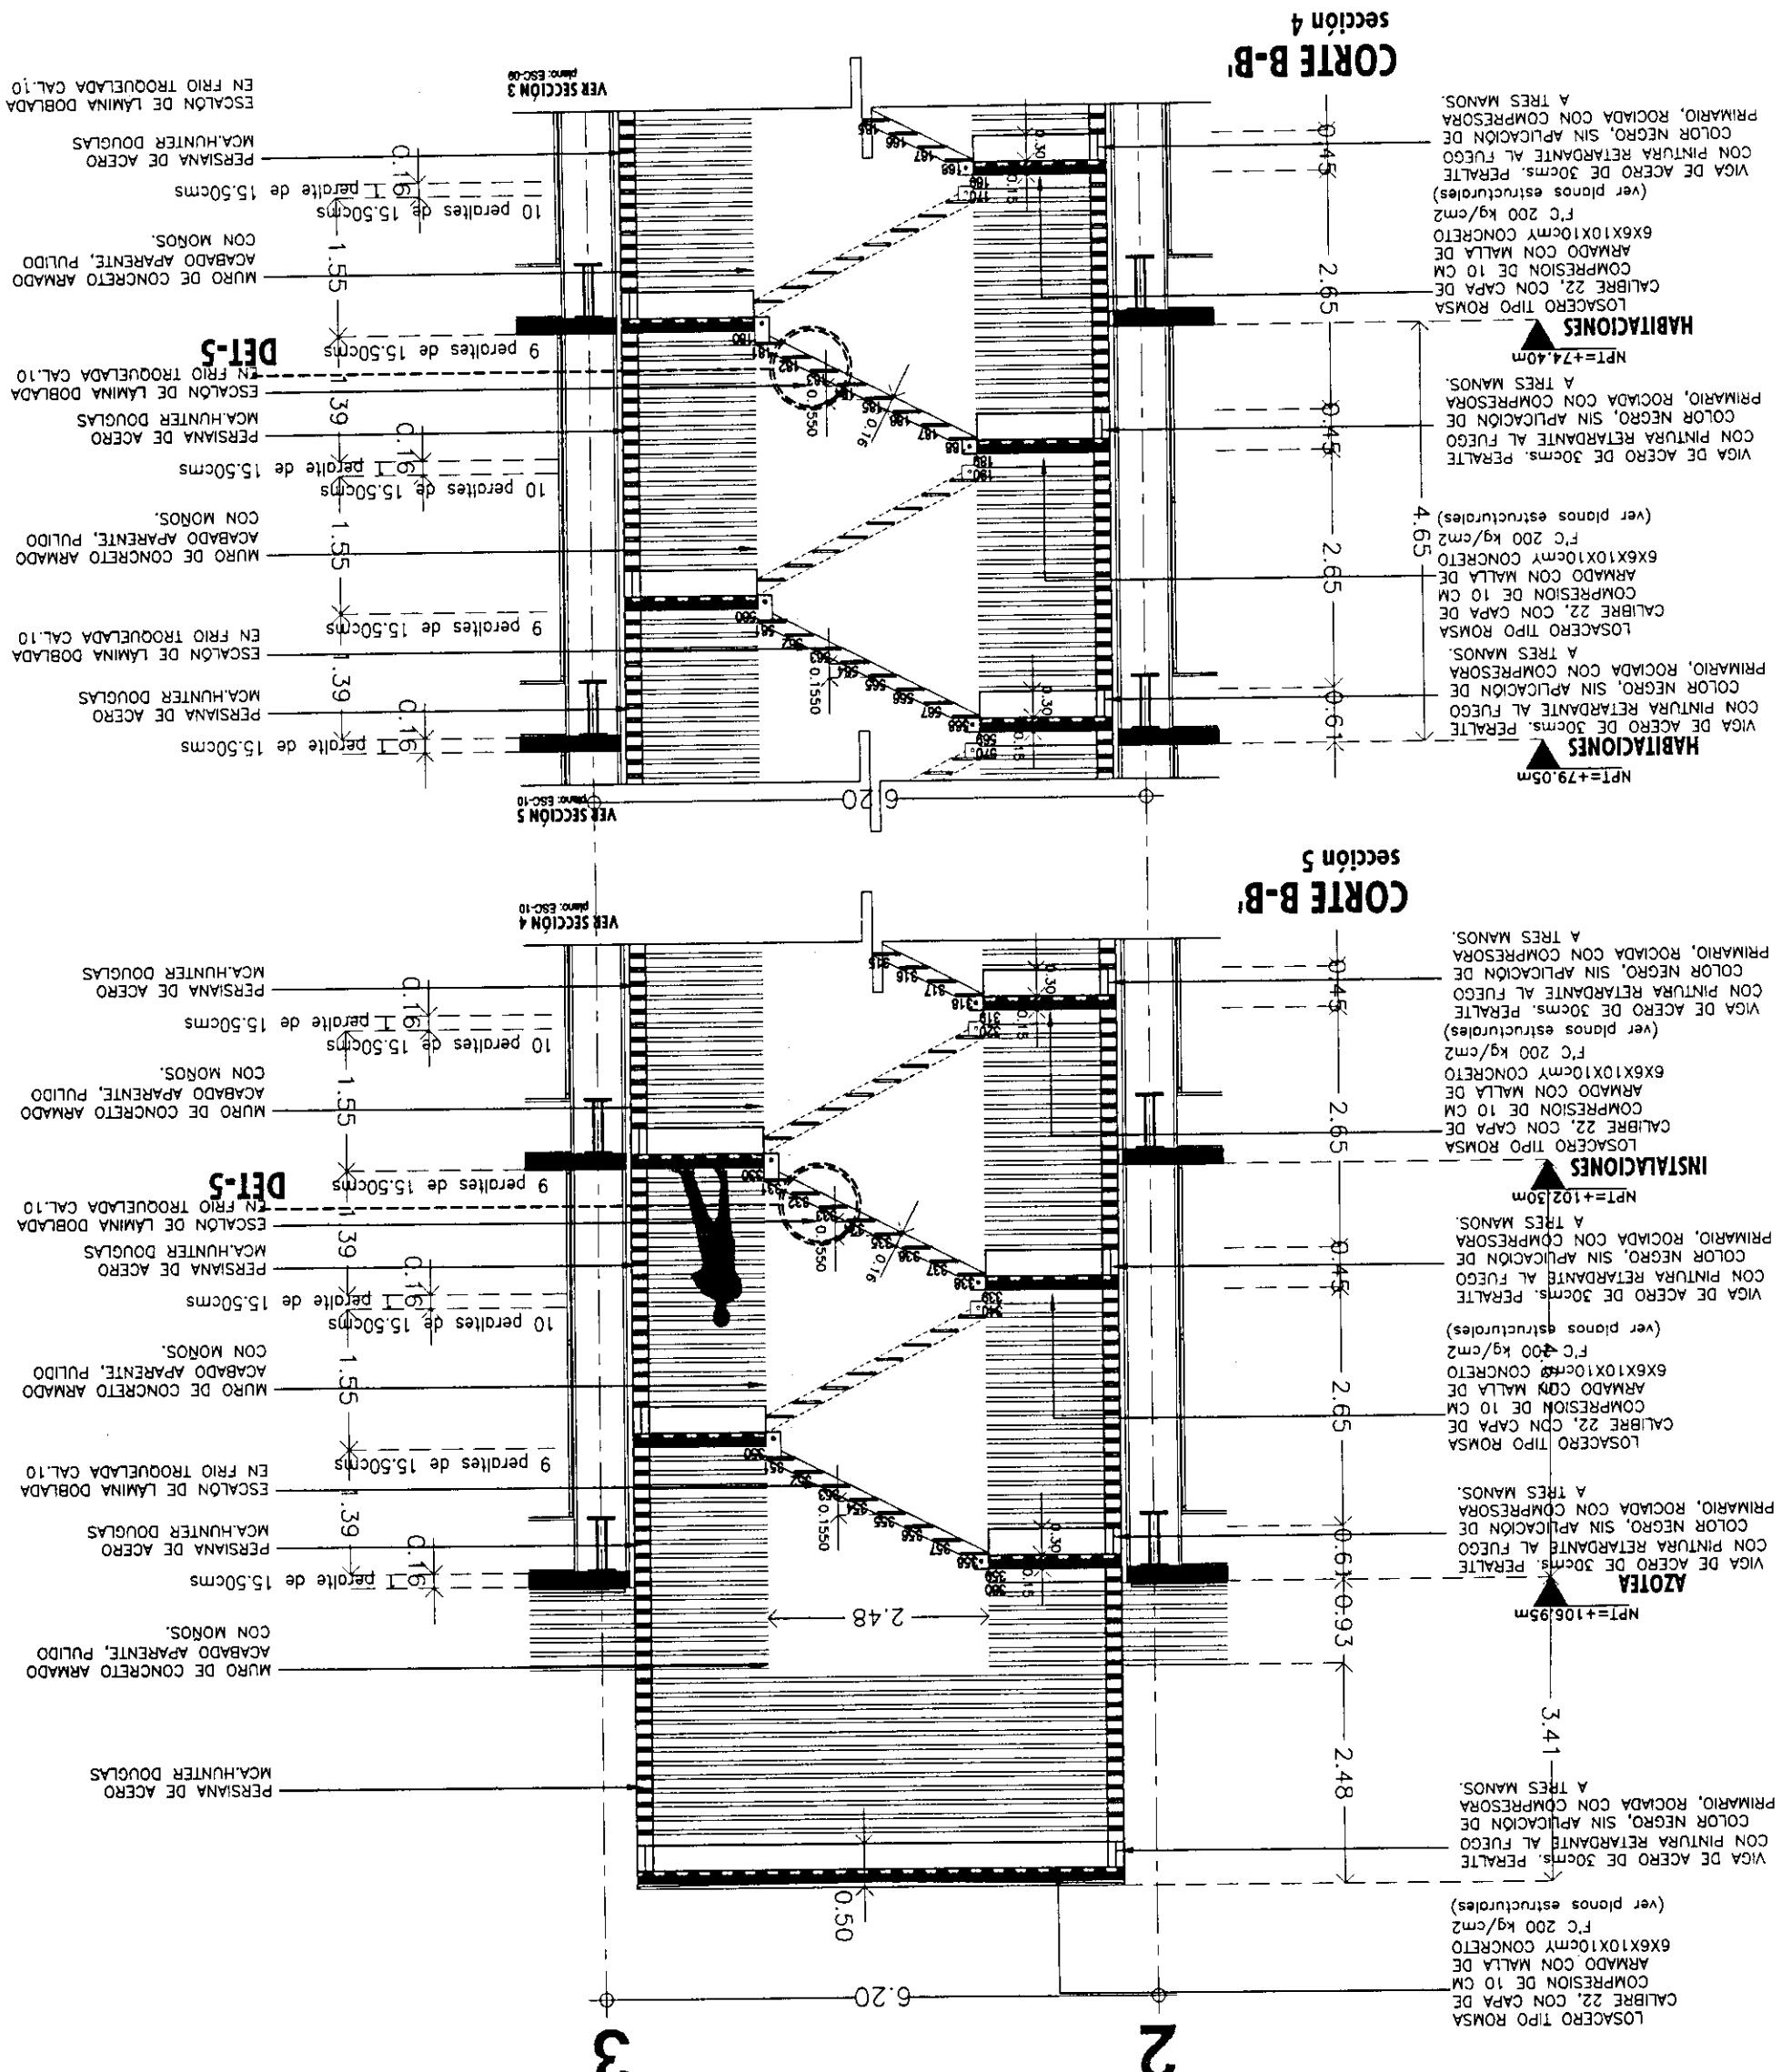



Proyecto: TESIS PROFESIONAL

CENTRO INTEGRAL VIZCAÍNAS

frontiers

CENTRO INTEGRAL
VIZCAÍNAS

Simbología:	TABLA DE MUEBILARIO
-LAS COTAS RIGEN AL DIBUJO	← INDICA COTA A PÁÑO
-LAS COTAS ESTAN EN METROS	→ INDICA COTA A EJE
-LOS NIVELES ESTAN EN METROS	↔ INDICA COTA DE PÁÑO A EJE
-VERIFICAR MEDIDAS EN OBRA	
	N.P.T INDICA NIVEL DE PISO TERMINADO
	INDICA CAMBIO DE NIVEL

	1	2	3	100
1	1	2	3	100

DETALLE SANITARIO			
Plano:	2004	Escala:	1:75
		SAN-02-N.dwg	
Archivo:			
Edificio:	TORRE NORTE	Nivel:	Sección:
Nombre:		ESTAVILLO LARA CHRISTIAN 1:25	
		Clave:	
SAN-01			

1

1

2

C-3⁻

C-3

DETALLE SANITARIO
PLANTA OFICINAS SAN-02

The technical drawing illustrates a structural detail labeled "DETALLE LAV". The top part shows a cross-section of a vertical wall or column. A thick black horizontal plate is attached to the left side. Two dimensions are indicated: a width of 17.0 and a height of 0.50. A 2° angle is shown at the top right corner. A small electrical outlet symbol is located on the left side of the plate. The bottom part shows a plan view of a rectangular foundation or base, which is heavily textured with numerous small dots representing aggregate. A thin horizontal line extends from the left edge of the base.

DETALLE LAVABO

DETALLE PUERTA

CORTE 1-1'
PLANTA MEZANINE 1 SAN-00

PLANTA MEZANINE 1 SAN-00

DETALLE PUERTA

The drawing illustrates a door assembly with the following dimensions:

- Width of the door frame opening: 1.52 m.
- Thickness of the door frame: 0.38 cm.
- Width of the door leaf: 1.52 m.
- Thickness of the door leaf: 0.38 cm.
- Width of the door handle: 0.16 m.
- Height of the door handle: 0.76 m.
- Length of the door handle: 20 cm.
- Material for the door leaf: Madera de teca (Teak wood).
- Material for the door handle: Acero inoxidable (Stainless steel).

CONCLUSIONES

104

"AL IGUAL QUE TODO CUERPO VIVO, LA CIUDAD TIENE SU EMBRIOLOGÍA Y SU MORFOLOGÍA, SU FISIOLOGÍA Y PATOLOGÍA Y TAMBIÉN SU TERAPÉUTICA, TERAPIA QUE, DE NO APLICARSE A TIEMPO, CONDUCIRÁ A LA DEFUNCIÓN, POR LO MENOS DEL NÚCLEO DONDE RESIDE SU AÑEJA TRADICIÓN."

BIBLIOGRAFÍA

105

1. GROVE, DAVID C. "AGRICULTURA DE JARDINES FLÓTANTES", EN CHINAMPAS PREHISPÁNICAS, CARLOS JAVIER GONZÁLEZ (COPILADOR) P.248.
2. PARLEM, ÁNGUEL."OBRAS HIDRÁULICAS PREHISPÁNICAS EN EL SISTEMA LACUSTRE DEL VALLE DE MÉXICO.", EN MÉXICO PREHISPÁNICO.
3. LOMBARDO DE RUIZ, SONIA. "DESARROLLO URBANO DE MÉXICO-TENOCHTITLAN", SEGÚN LAS FUENTES HISTÓRICAS, P.141-162.
EVOLUCIÓN ECOLÓGICA DEL VALLE DE MÉXICO. CAP.8, P.185-243.
4. JAVIER VILLALOBOS, "CENTROS HISTÓRICOS EN AMÉRICA LATINA", MÉXICO D.F. , P.32-33.
5. ENRIQUE ESPINOSA LÓPEZ."CIUDAD DE MÉXICO". COMPENDIO CRONOLÓGICO DE SU DESARROLLO URBANO 1521-1980. P.4-7.
6. LUCAS ÁLAMÁN, DISERTACIONES- OCTAVA DISERTACIÓN. P.159.
7. GONZÁLEZ POZO, ALBERTO. "LA TRAZA DEL CENTRO HISTÓRICO. HUELLA DE LA EVOLUCIÓN URBANA DE LA CIUDAD DE MÉXICO." EN EL CENTRO HISTÓRICO AYER, HOY Y MAÑANA. P.75-82.
8. GONZÁLEZ ARAGÓN, JORGE. "LA CULTURA URBANÍSTICA EN LA CIUDAD DE MÉXICO EN EL SIGLO XVI", EN LA ODISEA IBEROAMERICANA. ARQUITECTURA Y URBANISMO. P.42.
9. JAVIER VILLALOBOS,"CENTROS HISTÓRICOS EN AMÉRICA LATINA", MÉXICO D.F., P.34
10. ALEJANDRO SUÁREZ PAREYÓN, "LOS CENTROS VIVOS", ALTERNATIVAS DE HÁBITAT EN LOS CENTROS ANTIGUOS DE LAS CIUDADES DE AMÉRICA LATINA. MÉXICO D.F., P.102
- II. GUILLERMO TOVAR Y TERESA. "LA CIUDAD DE LOS PALACIOS CRÓNICA DE UN PATRIMONIO PERDIDO".MÉXICO D.F. 1ºEDICIÓN 1990.
12. 500 PLANOS DE LA CIUDAD DE MÉXICO 1325-1933. SAHOP. MÉXICO D.F., 1982. 1º EDICIÓN (SECRETARIA DE ASENTAMIENTOS HUMANOS Y ÓBRAS PÚBLICAS 1982.)