

UNIVERSIDAD NACIONAL AUTONOMA DE MEXICO

TESIS PROFESIONAL

CENTRO FINANCIERO EN LA Z.E.D.E.C. SANTA FE

*QUE PARA OBTENER EL TÍTULO DE
ARQUITECTO*

*PRESENTA
BENÍTEZ MARTÍNEZ, ROMÁN*

*JURADO:
ARQ. HOMERO MARTÍNEZ DE HOYOS
ARQ. RAÚL VINCENT JACQUET
ARQ. JORGE ROJAS CEBRIAN*

Ciudad Universitaria 1998



ESPERANZA M. G.

**TESIS CON
FALLA DE ORIGEN**



Universidad Nacional
Autónoma de México

Dirección General de Bibliotecas de la UNAM

Biblioteca Central



UNAM – Dirección General de Bibliotecas
Tesis Digitales
Restricciones de uso

DERECHOS RESERVADOS ©
PROHIBIDA SU REPRODUCCIÓN TOTAL O PARCIAL

Todo el material contenido en esta tesis esta protegido por la Ley Federal del Derecho de Autor (LFDA) de los Estados Unidos Mexicanos (México).

El uso de imágenes, fragmentos de videos, y demás material que sea objeto de protección de los derechos de autor, será exclusivamente para fines educativos e informativos y deberá citar la fuente donde la obtuvo mencionando el autor o autores. Cualquier uso distinto como el lucro, reproducción, edición o modificación, será perseguido y sancionado por el respectivo titular de los Derechos de Autor.

A MIS PADRES.

Por su gran apoyo y comprensión durante mis estudios.

A MI MADRE E.M.G.

Quiero ofrecer un total agradecimiento a mi madre (Esperanza M.G.) porque gracias a ella he logrado terminar una de mis metas mas anheladas, Pero esto significo en ella Trabajo, sufrimiento y desvelo, el cual compartimos juntos durante toda mi educación.

Gracias Madre por apoyarme en las buenas y en las malas y por lograr formar de mi en un hombre de bien.

A MIS HERMANOS.

Omar Benitez Martínez

Melania Benitez Martínez

Elitania Benitez Martínez

Raymundo Benitez Martínez

INDICE GENERAL

** Definición de Centro Financiero*

** Servicios que ofrece*

** A quien proporcionará sus servicios*

** Necesidad Social*

** Justificación del Centro Financiero*

** Funciones de un Centro Financiero*

** Usuarios*

** Ubicación*

** Objetivos*

** Componentes Arquitectónicos (Programa Arquitectónico)*

** Espacios Arquitectónicos*

A) Función

B) Usuarios

C) Mobiliario

D) Requerimientos

E) Necesidad Mecánica

Z E D E C S A N T A F E

- * Descripción del Lugar*
- * Precipitaciones Pluviales*
- * Temperatura*
- * Localización*
- * Uso de suelo*
- * Vialidad Primaria*
- * Electrificación*
- * Alumbrado Público*
- * Telefonía*
- * Agua Potable*
- * Drenaje Sanitario y Colectores Marginales*
- * Red de distribución de Agua Tratada*
- * Drenaje Pluvial*
- * Sondeo Estratigráfico del Terreno*

PROYECTO

** Planos Arquitectónico*

** Planos Constructivos*

** Planos Estructurales*

** Planos de Instalaciones*

** Planos de Acabados*

** Detalles etc.*

EXPOSICIONES FOTOGRÁFICAS DE MAQUETA

CENTRO FINANCIERO.

Se trata de un edificio que integra físicamente las diversas funciones de trabajo financiero en un solo conjunto, capaz de facilitar el proceso evolutivo institucional con atención al público en general.

Formado por espacios públicos y privados conformados en su mayoría por espacios abiertos y de fácil acceso, incrementando así los servicios de la Organización Financiera, tomando en cuenta que deberá tener un carácter que exprese seguridad.

DEBERA CONTENER LAS SIGUIENTES AREAS:

- * Sala Bancaria*
- * Casa de Cambio*
- * Casa de Bolsa*
- * Arrendadora*
- * Almacenadora*
- * Factoraje*

Deberá tener además Áreas de trabajo, Áreas verdes, Área de Instalaciones (maquinaria), Áreas de circulación (horizontal y vertical), Área de servicios y Áreas de expansión(tomando en cuenta las necesidades futuras.

Un edificio que deberá ser hecho para servir a las necesidades tanto de la empresa como del empleado, funcional para los procesos operacionales.

Contara también con Áreas restringidas para el personal, las correspondientes a Bóvedas, SPD, Cheques; Estas Áreas y las restantes serán también restringidas para el público en general, con excepción de la zona que se tiene destinada para atender a toda clase de personas que acuden en busca de un servicio financiero, la cual tendrá un fácil acceso y un espacio determinado para la atención del público.

SERVICIOS QUE OFRECE EL CENTRO FINANCIERO

SALA BANCARIA

Lugar que ofrece al Público en general los servicios de :

- * Créditos al Público (menudeo, de consumo, pequeña y mediana empresa, créditos hipotecarios, agropecuarios, corporativos, etc.)*
- * Manejo de dinero en inversiones*
- * Mercado de capitales*
- * Inversión en acciones*

CASA DE CAMBIO

Se encargara de ofrecer el servicio de la compra, venta y cambio de divisas, funcionando similarmente ala

sala bancaria

CASA DE BOLSA

Actúa como intermediario en el mercado de valores, ofreciendo los servicios de la compra y venta de acciones, también le proporcionaran al cliente información de las acciones que se encuentren en venta etc. dentro da las empresas que mas les convengan

ARRENDADORA

Se encargara de ofrecer los siguientes servicios:

- * Renta de equipo*
- * Renta de servicios*
- * Renta de inmuebles*

ALMACENADORA

Se encarga de la renta de bodegas, a toda persona que requiera de un lugar o lugares para almacenar mercancía el tiempo que considere necesario.

FACTORAJE

Esta área se encargara de la compra de facturas a toda empresa o persona que proporcione sus servicios o sus productos, a cobrar en 30, 60, y 90 días. Cobrando un porcentaje por el dinero proporcionado antes de tiempo.

A QUIEN PROPORCIONARÁ SUS SERVICIOS ESTE CENTRO FINANCIERO

Al crear este Centro Financiero en la zona denominada ("Z E D E C - SANTA FE"), proporcionará los servicios a:

- * La población de las colonias (Lomas de chapultepec, Contadero, Tecamachalco, Vista hermosa, etc.)*
- * Los habitantes que posteriormente ocupen los conjuntos habitacionales de la zona.*
- * A los propietarios y empleados de las zonas comerciales del lugar.*
- * A los estudiantes de la Universidad Iberoamericana.*
- * Las empresas corporativas del lugar.*
- * Al equipamiento urbano futuro.*
- * Etc.*

En general proporcionará los servicios financieros a toda persona que lo requiera.

NECESIDAD SOCIAL

** El sector Obrero necesita mejorar sus condiciones de vida, ya sea por medio de la compra de una casa, o de artículos de primera necesidad.*

** El sector Industrial necesita mayor tecnificación para estar al corriente del avance tecnológico, estableciendo nuevas industrias y aumentando la importación de la maquinaria.*

** El sector Agrícola requiere con frecuencia préstamos para maquinaria, técnicas de riego, semillas, abonos, etc.*

** Las clases media y alta, realizan todas sus actividades mercantiles por medio de los servicios recurrentes como: pagos, cheques, cambios, depósitos, tarjetas, etc.*

** Las personas físicas que requieren una atención individualizada y de mejor trato.*

** Una atención especializada (Banca de Inversión).*

** Contará con una área internacional, dando apoyo a los inversionistas extranjeros.*

JUSTIFICACIÓN DEL CENTRO FINANCIERO

El gran desarrollo que ha experimentado la nación en todos los campos de la actividad financiera durante los últimos años, ha traído como consecuencia un notable incremento en las funciones, servicios y la organización financiera, tomando en cuenta esto fue por lo cual llegue a la conclusión del tema “ Centro financiero “

Afin de atender esta nueva situación y mejorar los servicios, se trata de desarrollar un proyecto que corresponda a las necesidades actuales. asimismo este Centro Financiero tendrá como determinantes factores estéticos, culturales, sociales y económicos.

Será ubicado en una área que no cuenta con las suficientes instituciones que proporcionen los servicios financieros. Por lo tanto proporcionará los medios necesarios para impulsar el desarrollo de la zona.

Un aspecto muy importante que pude traer consigo la construcción de este edificio, son las fuentes de empleo que pudieran generarse, ya que en este momento el país atraviesa por un índice muy alto de desempleo.

Otro aspecto muy importante que debemos tener en cuenta es que nuestra moneda sufrió una abrupta devaluación y es por ello que a partir de entonces, ha predominado un clima de incertidumbre en todos los sectores económicos y productivos del país, y resulta difícil predecir con exactitud cuál será el comportamiento general de la economía y específicamente dentro del campo que nos interesa analizar.

Sin embargo, la construcción de Instituciones Bancarias crece en la medida que lo hacen las tendencias de la economía. Esa es la razón por la cual , aunque la demanda no muestre un gran dinamismo, la construcción de oficinas continúa aceleradamente, con la intención de estar listos en el momento en que se inicie la recuperación.

En conclusión el Edificio Financiero deberá satisfacer las necesidades de un usuario (cliente) en una forma profesional; También satisfará las necesidades y comodidades del empleado, ya que de ellos depende prestar un buen servicio.

Los edificios financieros se distinguen por ciertos rasgos de uniformidad debido a la similitud de funciones que desarrollan, sin embargo en su diseño se trata de contribuir en la armonización y embellecimiento de la fisonomía urbana de nuestra ciudad.

FUNCIONES DE UN CENTRO FINANCIERO

Se encargara de proporcionar los medios necesarios para impulsar el desarrollo de la zona donde se ubique, y esto se logra otorgando créditos, y en general prestando el mayor numero de servicios bancarios posibles

Atenderá al publico individualmente en sala privadas, para tratar asuntos financieros de las diferentes direcciones con las que cuente el centro financiero.

Ofrecerá un buen servicio de la forma más apropiada en cuanto a sus áreas necesarias.

En general la función de un centro financiero es dar el mejor servicio profesional en sus diferentes áreas , otorgando facilidades de crédito, préstamos, etc., para el sector obrero, el sector industrial, el sector agrícola, así como a las personas físicas de las clases media y alta; Esto aumenta cada día más por el desarrollo que demuestra el país en todos los campos de la actividad.

USUARIOS DEL CENTRO FINANCIERO

Esta institución dará servicio a la población ubicada al poniente de la ciudad (D.F.), así como también a empleados y dueños de los diferentes edificios construidos en el lugar. (locales comerciales, departamentos, restaurantes, oficinas, escuelas, etc.)

Otros usuarios que podrían beneficiarse son los estudiantes de la Universidad Iberoamericana, al igual que los profesores y empleados de la misma.

Tomaremos en cuenta también a los ocupantes de los edificios que se encuentran en proceso constructivo y en obra negra, y que podrían requerir de los servicios de un centro financiero.

Así mismo este centro otorgará los servicios a sus propios empleados.

UBICACION DEL CENTRO FINANCIERO

En la década de los cuarentas se definieron en la ciudad de México (D.F.) como calles de gran comercio, la avenida Juárez, San Juan de Letrán, el paseo de la Reforma. Diez años mas tarde la avenida de los Insurgentes, que se abrió en forma plena ala ciudad universitaria.

El incremento demográfico y la rápida transformación de las ocupaciones de terrenos para la construcción de edificios en estas avenidas principales, han dado lugar a crear una zona que recientemente comenzó a tener un desarrollo importante, y que en futuro cercano aportará grandes beneficios Z E D E C SANTA FE

Todo el conjunto refleja esa ventana del gran mundo al que México quiere acceder al filo del siglo XXI .

Se propuso la ubicación con respecto a las necesidades de la población de la zona, ya que no cuenta con los suficientes servicios financieros.

Con la creación de este centro pondremos a su disposición un servicio más cercano, ya que los lugares como polanco y reforma, e s a donde concurre la población de esta zona.

OBJETIVOS DEL CENTRO FINANCIERO

- * Integrar físicamente las diversas áreas de trabajo en un sólo conjunto arquitectónico, moderno y funcional.*
- * Consolidación humana y tecnológica necesaria para que el sistema continúe siendo una empresa próspera dentro de la banca privada del país.*
- * Proporcionar un ambiente de confort con instalaciones y equipo adecuado para que la producción del personal se vea favorable sustancialmente.*
- * Proyectar una imagen de solidez dentro del medio bancario.*
- * Crear un espacio que satisfaga las necesidades tanto de la empresa como las del empleado que labore en esa institución.*
- * Fomentar la creación de fuentes de trabajo.*
- * Dar un servicio profesional el cual la comunidad lo demanda.*

COMPONENTES ARQUITECTONICOS

SALA BANCARIA

* Vestíbulo	115.00 m2
* Área de cajas (cajas universales 1.20 x 2.50 m)	42.00 m2
* Departamento de Operaciones	48.00 m2
* Departamento Administrativo	160.00 m2
* Departamento de Auditoría	80.00 m2
* Departamento de Finanzas	80.00 m2
* Recursos Humanos	80.00 m2
* Bóveda Control y Recuento	60.00 m2
* Dirección General	25.00 m2
* Cajeros Automáticos	35.00 m2
* Sala de Juntas	25.00 m2
* Archivo y Almacén	25.00 m2
* Sala de Computo	25.00 m2

CASA DE CAMBIO

<i>* Vestíbulo</i>	<i>48.00 m2</i>
<i>* Área de Cajas</i>	<i>36.00 m2</i>
<i>* Control de Operaciones</i>	<i>25.00 m2</i>
<i>* Contabilidad</i>	<i>30.00 m2</i>
<i>* Recursos Humanos</i>	<i>25.00 m2</i>
<i>* Bóveda Control y Recuento</i>	<i>30.00 m2</i>
<i>* Dirección General</i>	<i>25.00 m2</i>
<i>* Sala de Juntas</i>	<i>25.00 m2</i>

CASA DE BOLSA

<i>* Vestíbulo</i>	<i>160.00 m2</i>
<i>* Recepción</i>	<i>20.00 m2</i>
<i>* Departamento de Promoción</i>	<i>70.00 m2</i>
<i>* Departamento de (Mercado de Dinero)</i>	<i>70.00 m2</i>
<i>* Departamento de (Sociedades de Inversión)</i>	<i>150.00 m2</i>
<i>* Departamento de Negocios Corporativos</i>	<i>135.00 m2</i>
<i>* Departamento de Operación Internacional</i>	<i>125.00 m2</i>
<i>* Departamento de Finanzas</i>	<i>100.00 m2</i>
<i>* Departamento de Análisis</i>	<i>90.00 m2</i>
<i>* Departamento Administrativo</i>	<i>75.00 m2</i>
<i>* Departamento Jurídico</i>	<i>65.00 m2</i>
<i>* Departamento de Auditoría</i>	<i>70.00 m2</i>

<i>* Recursos Humanos</i>	<i>80.00 m2</i>
<i>* Dirección General</i>	<i>25.00 m2</i>
<i>* Sala de Juntas</i>	<i>25.00 m2</i>
<i>* Archivo y Almacén</i>	<i>25.00 m2</i>

ALMACENADORA

<i>* Vestíbulo</i>	<i>80.00 m2</i>
<i>* Recepción</i>	<i>10.00 m2</i>
<i>* Departamento de Operaciones</i>	<i>100.00 m2</i>
<i>* Departamento de Habilitaciones</i>	<i>70.00 m2</i>
<i>* Departamento de Cobranzas</i>	<i>70.00 m2</i>
<i>* Departamento de Unidades</i>	<i>80.00 m2</i>
<i>* Departamento de Contabilidad</i>	<i>50.00 m2</i>
<i>* Recursos Humanos</i>	<i>40.00 m2</i>
<i>* Dirección General</i>	<i>25.00 m2</i>
<i>* Sala de Juntas</i>	<i>25.00 m2</i>
<i>* Archivo y Almacén</i>	<i>25.00 m2</i>
<i>* Sala de Computo</i>	<i>25.00 m2</i>

FACTORAJE

<i>* Vestíbulo</i>	<i>80.00 m2</i>
<i>* Recepción</i>	<i>10.00 m2</i>
<i>* Departamento de Cobranzas</i>	<i>100.00 m2</i>
<i>* Departamento Jurídico</i>	<i>60.00 m2</i>
<i>* Departamento de Crédito</i>	<i>80.00 m2</i>
<i>* Departamento de Promoción</i>	<i>80.00 m2</i>
<i>* Departamento de Operaciones</i>	<i>100.00 m2</i>
<i>* Recursos Humanos</i>	<i>40.00 m2</i>
<i>* Dirección General</i>	<i>25.00 m2</i>
<i>* Sala de Juntas</i>	<i>25.00 m2</i>
<i>* Archivo y Almacén</i>	<i>25.00 m2</i>
<i>* Sala de Computo</i>	<i>25.00 m2</i>

“ZEDEC” SANTA FE

En los últimos años la zona poniente de la Ciudad de México ha experimentado un crecimiento poblacional desequilibrado con su expansión territorial, lo que ha propiciado que la demanda de espacio tanto habitacional como comercial y de servicios no haya podido ser cubierta.

Sin embargo conforme avanzaron los estudios de la zona, el DDF a través de Servicios Metropolitanos encontró que el área denominada ZEDEC -SANTA FE, tenía un gran potencial para desarrollar en ella un Conjunto Urbano de crecimiento controlado que cumpliera con los objetivos de recuperar y regenerar la zona que se encontraba un poco debastada, y poder canalizar la demanda de espacio insatisfecha en la ciudad de México.

La primera construcción realizada en la ZEDEC-SANTA FE fue el edificio de la Ciudad Iberoamericana, que se levantó sobre un terreno de aprox. 200 mil m², donado por el Gobierno de la Ciudad, el plantel entro en operación en 1990. Mas tarde se construyo el Centro Comercial Santa Fe, durante el segundo semestre de 1993 (el conjunto de tiendas departamentales más grande de Latinoamérica.), ubicado en el predio denominado La Totolapa, que tiene una extensión aprox. de 30 Hectáreas, de las cuales 22.5 Hectáreas ocupará el centro comercial y en las restantes se construira un Hotel, un Centro de Convenciones y Oficinas.

**ESTA TESIS NO DEBE
SALIR DE LA BIBLIOTECA**

El plan maestro para la Zona de Desarrollo Controlado Santa Fe , establece que por lo menos el 30 % de las superficies urbanizadas del lugar deberán destinarse para áreas verdes, y contempla también la reforestación de los espacios públicos a fin de dotar el lugar de suficientes zonas arboladas que cumplan con la doble función de dar ala ZEDEC una imagen adecuada para el mismo desarrollo y permitan regenerar los suelos de la región y mantener la zona libre de contaminantes

<i>Espacio Arquitectónico</i>	<i>Función</i>	<i>Usuarios</i>	<i>Mobiliario</i>	<i>Requerimiento</i>	<i>Necesidad Mecánica</i>
SUCURSAL BANCARIA	Créditos, Inversiones, Depósitos, Retiros, Mercado de Capitales	60 a 80 Personas simultaneas	Cajas Universales, Sillas, Archiveros, Estaciones de trabajo, Credenzas, Escritorios, Sillas, Sillones, Libreros, Barra de Informes	Confort Iluminación Ventilación Acabados Seguridad Bóveda de Seguridad	Pizarrón Electrónico Luminarias Aire lavado Recubrimientos Circuito cerrado de TV Voz y Datos
CASA DE CAMBIO	Compra Venta y Cambio de Divisas	20 a 30 Personas simultaneas	Cajas Universales, Sillas, Archiveros, Estaciones de trabajo, Credenzas, Escritorios, Sillas, Sillones, Libreros, Barra de Informes	Confort Iluminación Ventilación Acabados Seguridad Bóveda de Seguridad	Pizarrón Electrónico Luminarias Aire lavado Recubrimientos Circuito cerrado de TV Voz y Datos
CASA DE BOLSA	Compra y Venta de Acciones, Asesoramiento	40 a 50 Personas simultaneas	Sillas, Archiveros, Estaciones de trabajo, Credenzas, Escritorios, Sillas, Sillones, Libreros, Barra de Informes	Confort Iluminación Ventilación Acabados Seguridad	Pizarrón Electrónico, Luminarias Aire lavado Recubrimientos Circuito cerrado de TV Voz y Datos

<i>Espacio Arquitectónico</i>	<i>Función</i>	<i>Usuarios</i>	<i>Mobiliario</i>	<i>Requerimiento</i>	<i>Necesidad Mecánica</i>
FACTORAJE	Compra de Facturas Promoción y Asesoramiento	20 a 30 Personas simultaneas	Sillas, Archiveros, Estaciones de trabajo, Credenzas, Escritorios, Sillas, Sillones, Libreros, Barra de Informes.	Confort Iluminación Ventilación Acabados Seguridad	Pizarrón Electrónico Luminarias Aire lavado Recubrimientos Circuito cerrado de TV Voz y Datos
ALMACENADORA	Renta de Bodegas y Asesoramiento	30 a 40 Personas simultaneas	Sillas, Archiveros, Estaciones de trabajo, Credenzas, Escritorios, Sillas, Sillones, Libreros, Barra de Informes.	Confort Iluminación Ventilación Acabados Seguridad	Pizarrón Electrónico Luminarias Aire lavado Recubrimientos Circuito cerrado de TV Voz y Datos
SALA DE USOS MÚLTIPLES	Concentración de Personas para realizar diferentes actividades	200 Personas simultaneas	Sillas, Mesas, Pantallas, Pizarrones, Libreros, Armarios	Confort Iluminación Ventilación Acabados Seguridad	Luminarias Aire lavado Recubrimientos Circuito cerrado de TV Voz y Datos

**Espacio
Arquitectónico**

Función

Usuarios

Mobiliario

Requerimiento

**Necesidad
Mecánica**

VESTIBULO
GENERAL

Recepción, Espera,
Distribución,
Asesoramiento

300
Personas
simultaneas

Barra de Informes,
Sala de Espera,
Cabinas
Telefónicas,
Mamparas

Confort
Iluminación
Ventilación
Acabados
Seguridad

Pizarrón Electrónico
Luminarias
Aire lavado
Recubrimientos
Circuito cerrado de
TV
Voz y Datos

ARRENDADORA

Renta de Equipo,
Inmuebles, Servicios
y Asesoramiento

30 a 40
Personas
simultaneas

Sillas,
Archiveros,
Estaciones de
trabajo, Credenzas,
Escritorios, Sillas,
Sillones, Libreros,
Barra de Informes

Confort
Iluminación
Ventilación
Acabados
Seguridad

Pizarrón Electrónico
Luminarias
Aire lavado
Recubrimientos
Circuito cerrado de
TV
Voz y Datos

COMEDOR

Proporcionar
Alimentos a los
Empleados


100
Comensales

Barra de
Autoservicio, Mesas,
Sillas, Anaqueles,
Alacenas, (Cocina
fría, Cocina caliente,
Cámara frigorífica,
Mesas de
Preparación,
Fregaderos, etc

Confort
Iluminación
Ventilación
Acabados
Seguridad

Luminarias
Aire lavado
Recubrimientos
Voz y Datos

<i>Espacio Arquitectónico</i>	<i>Función</i>	<i>Usuarios</i>	<i>Mobiliario</i>	<i>Requerimiento</i>	<i>Necesidad Mecánica</i>
<i>BIBLIOTECA</i>	<i>Concentración de Libros para consulta y asesoramiento</i>	<i>20 a 30 Personas simultaneas</i>	<i>Sillas, Archiveros, Estaciones de Trabajo, Credenzas, Escritorios, Libreros, Barra de Informes, Sala de Espera</i>	<i>Confort Iluminación Ventilación Acabados Seguridad</i>	<i>Luminarias Aire lavado Recubrimientos Voz y Datos</i>
<i>AREA DE MANTENIMIENTO</i>	<i>Mantener en buen estado el Edificio., Bodega de resguardo de material y herramientas de limpieza</i>	<i>40 a 50 Empleados simultaneas</i>	<i>Mesas, Anaqueles, Bancas, Lockers, Mamparas</i>	<i>Confort Iluminación Ventilación Acabados Seguridad</i>	<i>Luminarias Aire lavado Recubrimientos</i>
<i>CUARTO DE MÁQUINAS</i>	<i>Contener todo el equipo necesario para crear un ambiente de confort (Maquinas en Gral)</i>	<i>Personas especializadas encargadas del mantenimiento</i>	<i>Bases para maquinas, Tableros, Mesas de trabajo, Bodegas para herramienta, Montacargas, etc.</i>	<i>Confort Iluminación Ventilación Acabados Seguridad</i>	<i>Luminarias Aire lavado Recubrimientos resistentes Voz y Datos</i>

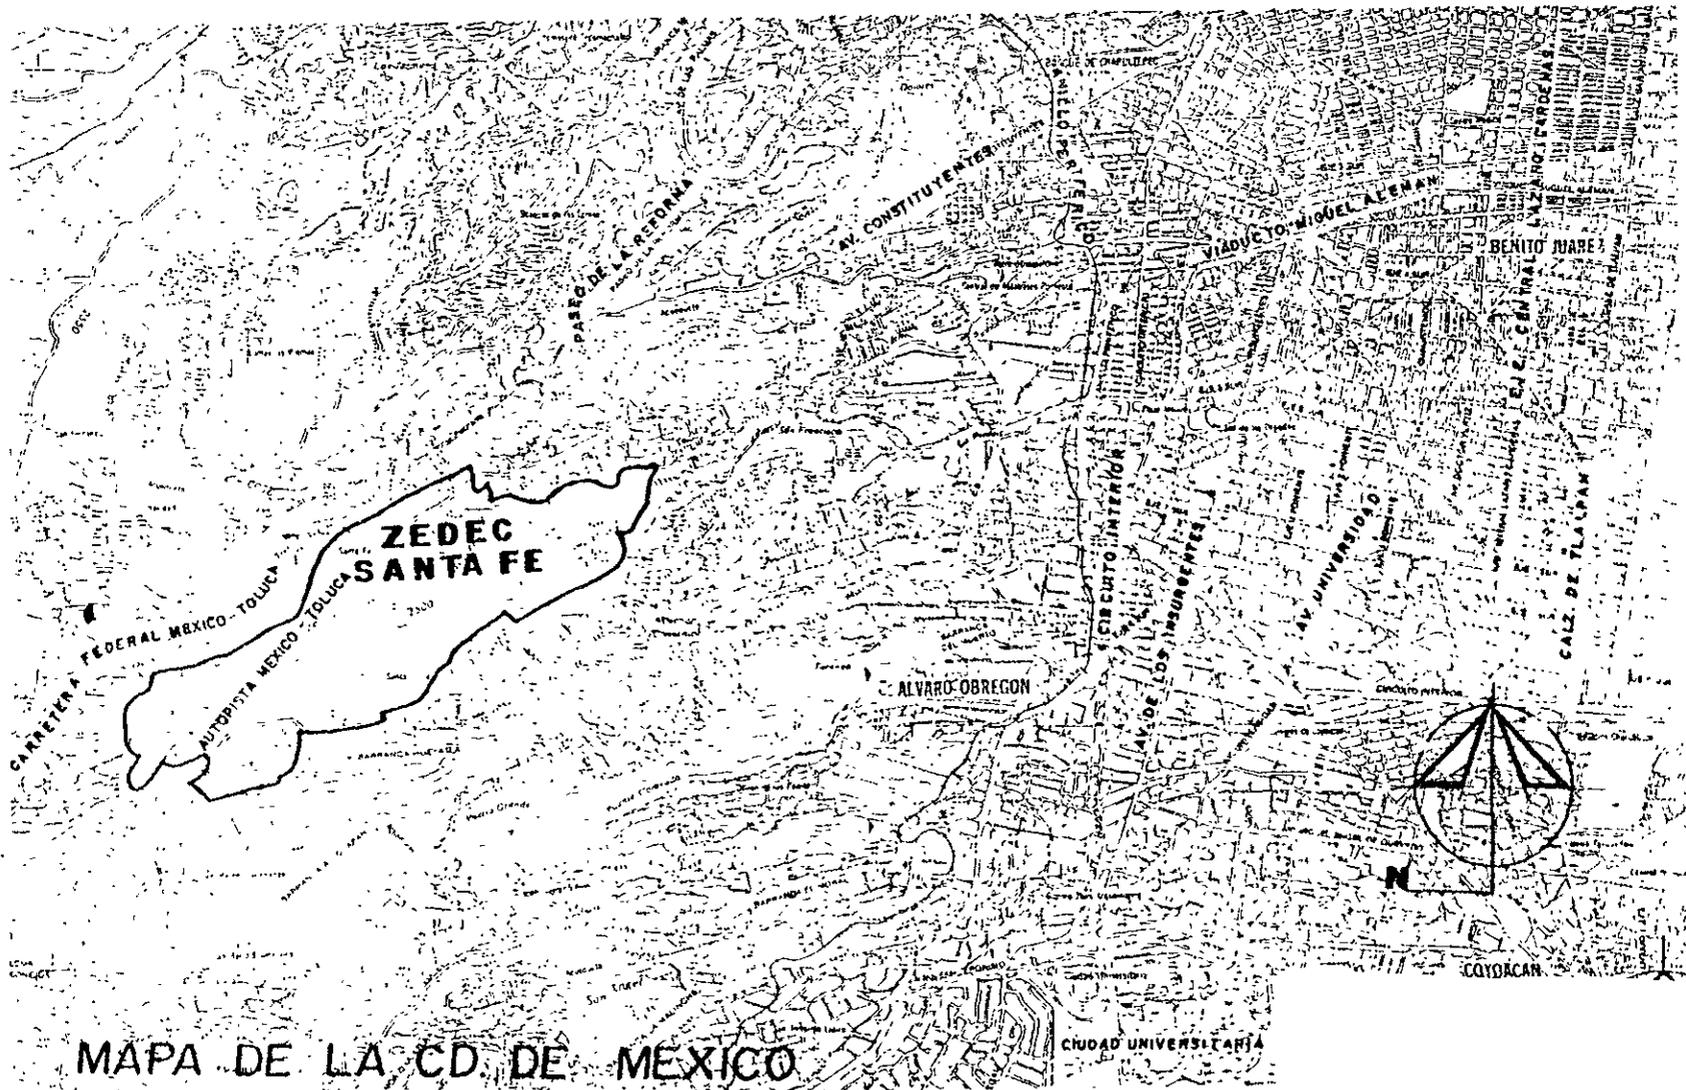


MAPA DE LA CD. DE MEXICO

DDF Servicios Metropolitanos S.A de C.V.

PROGRAMA MAESTRO PARA LA ZONA ESPECIAL DE DESARROLLO CONTROLADO EN SANTA FE

USOS DEL SUELO

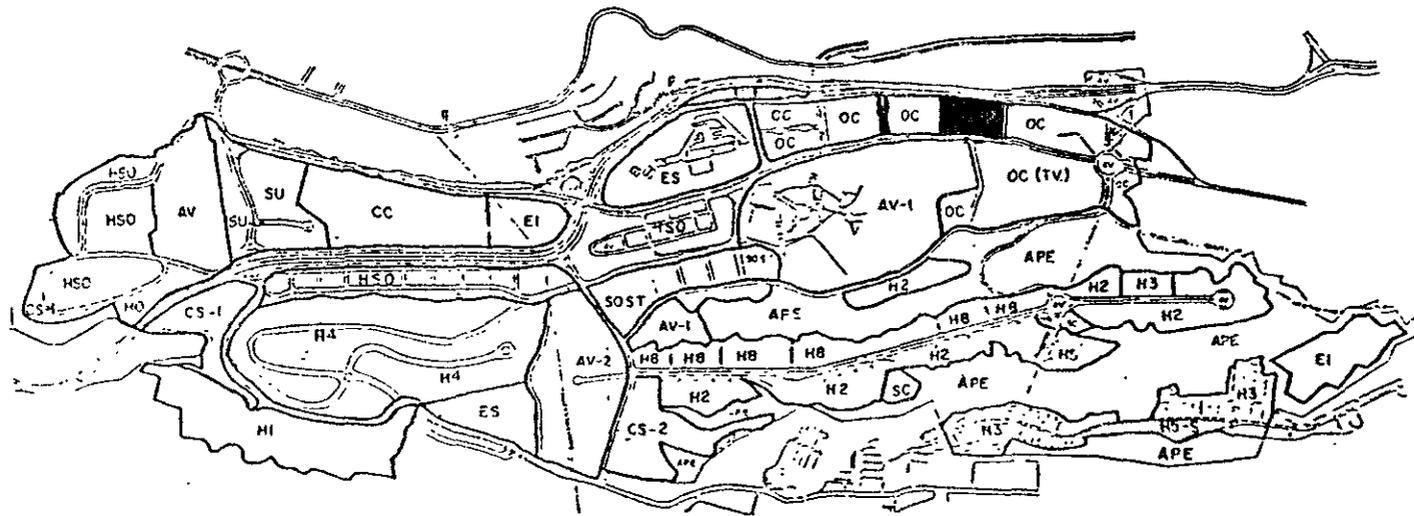


OC Oficinas Corporativas

DDF Servicios Metropolitanos S.A de C.V.

PROGRAMA MAESTRO PARA LA ZONA ESPECIAL DE DESARROLLO CONTROLADO EN SANTA FE

VIALIDAD PRIMARIA

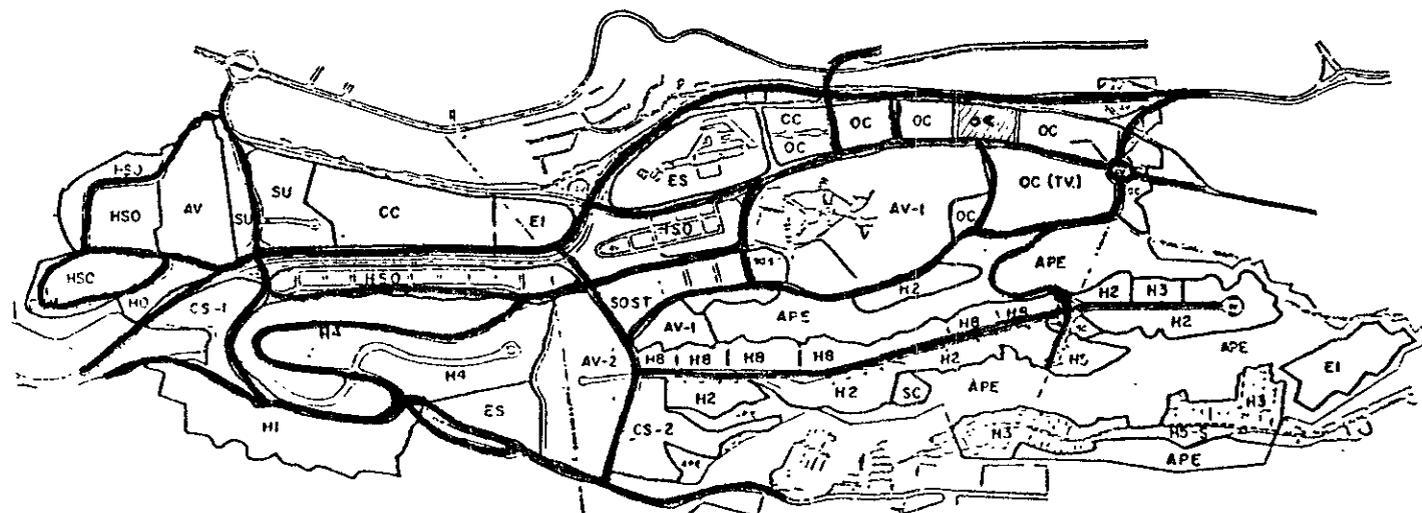


Vialidades Principales

DDF Servicios Metropolitanos S.A de C.V.

PROGRAMA MAESTRO PARA LA ZONA ESPECIAL DE DESARROLLO CONTROLADO EN SANTA FE

ELECTRIFICACION

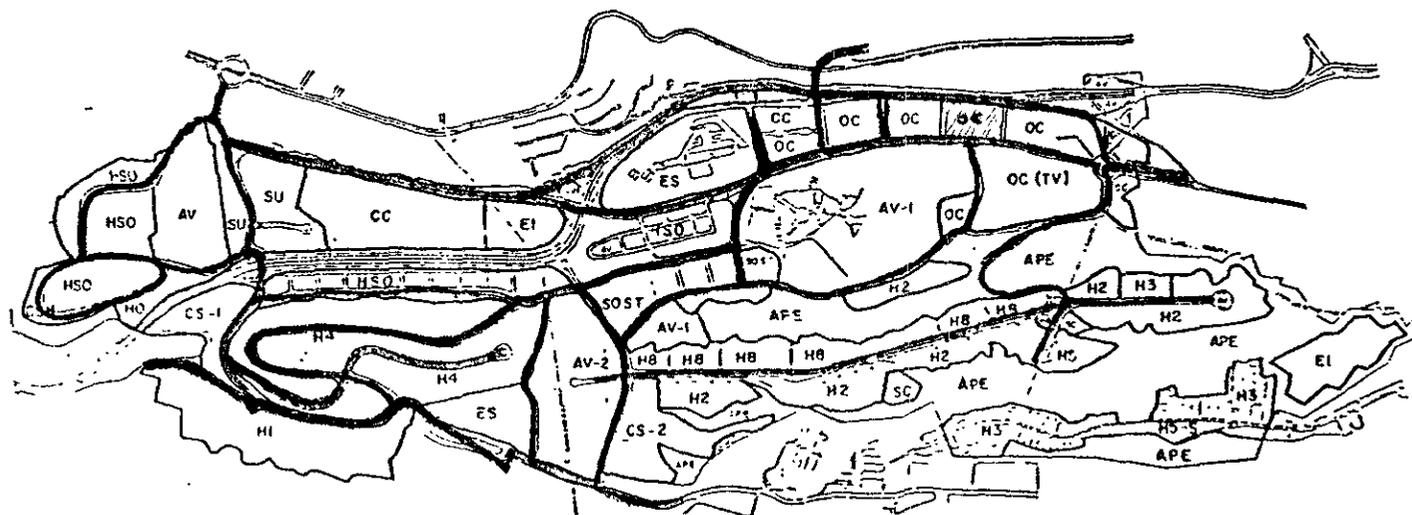


Red General de Alta Tension

DDF Servicios Metropolitanos S.A de C.V.

PROGRAMA MAESTRO PARA LA ZONA ESPECIAL DE DESARROLLO CONTROLADO EN SANTA FE

ALUMBRADO PUBLICO

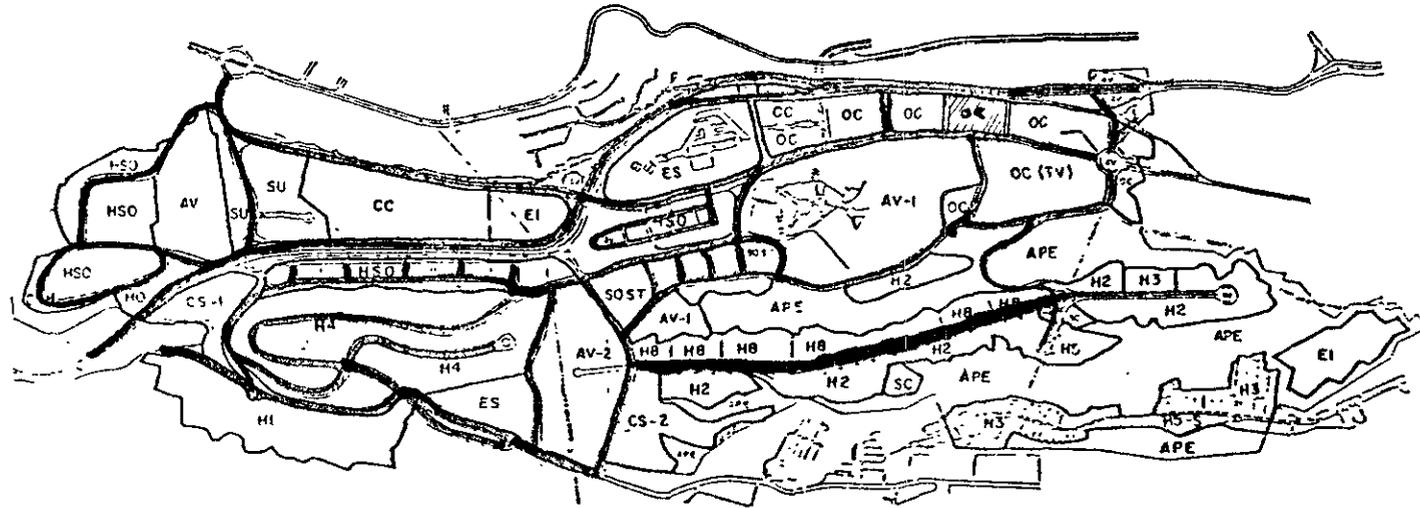


Red General de Alumbrado Publico

DDF Servicios Metropolitanos S.A de C.V.

PROGRAMA MAESTRO PARA LA ZONA ESPECIAL DE DESARROLLO CONTROLADO EN SANTA FE

TELEFONIA

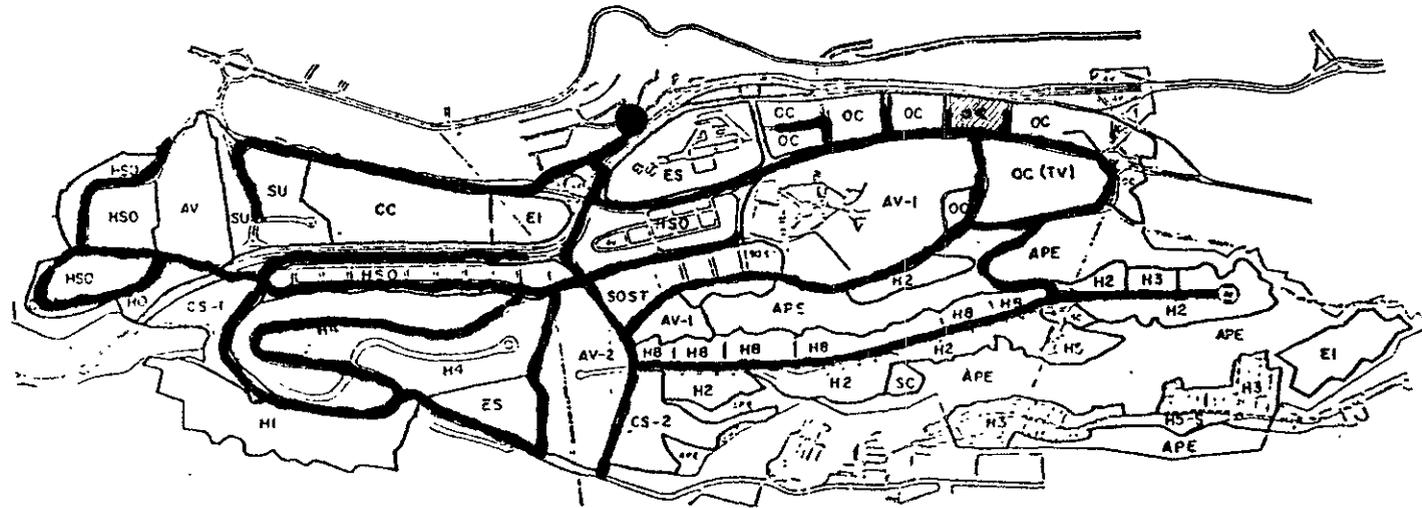


Red Troncal de Telefonía

● *Central Telefónica de TELMEX en Santa Fe*

DDF Servicios Metropolitanos S.A de C.V.

PROGRAMA MAESTRO PARA LA ZONA ESPECIAL DE DESARROLLO CONTROLADO EN SANTA FE

DRENAJE SANITARIO Y COLECTORES MARGINALES

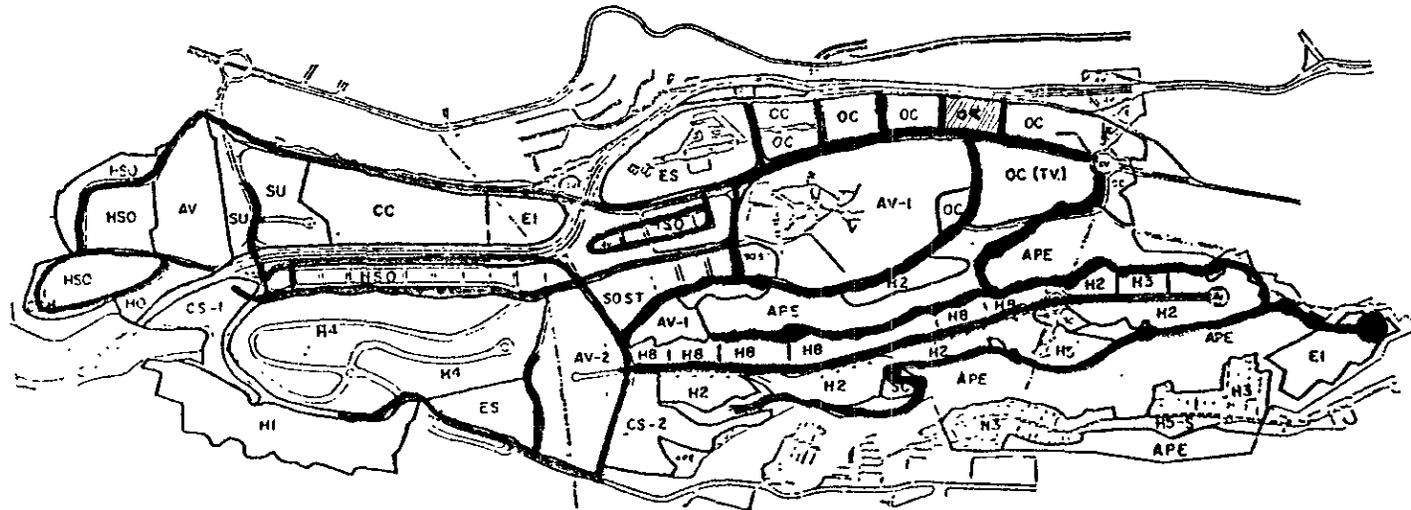


- Red General de Drenaje Sanitario
- Planta de Tratamiento

DDF Servicios Metropolitanos S.A de C.V.

PROGRAMA MAESTRO PARA LA ZONA ESPECIAL DE DESARROLLO CONTROLADO EN SANTA FE

RED DE DISTRIBUCION DE AGUA TRATADA

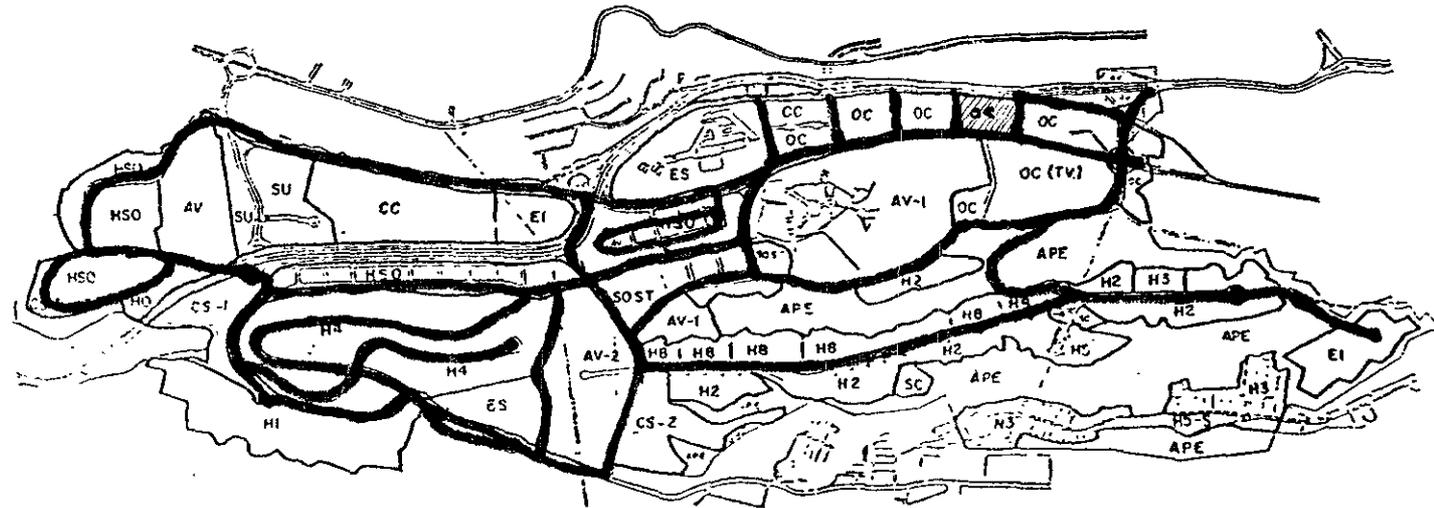


Red General de Agua Tratada

DDF Servicios Metropolitanos S.A de C.V.

PROGRAMA MAESTRO PARA LA ZONA ESPECIAL DE DESARROLLO CONTROLADO EN SANTA FE

EQUIPAMIENTO URBANO

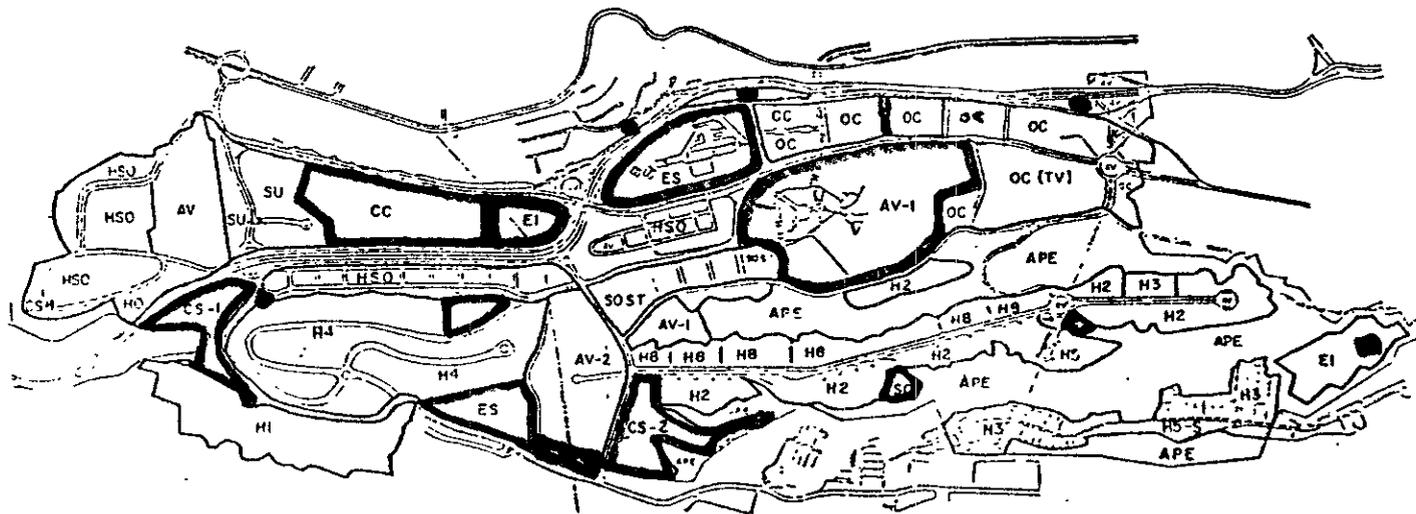

EQUIPAMIENTO URBANO

1 TANQUES DE AGUA POTABLE

2 TANQUE DE AGUA TRATADA

3 PLANTA DE TRATAMIENTO DE AGUAS NEGRAS

4 SUBESTACION ELECTRICA

5 CENTRAL TELEFONICA DIGITAL

6 PLANTA DE TRANSFERENCIA DE DESECHOS SOLIDOS

7 EQUIPAMIENTO DEPOETIVO

8 EDUCACION

9 COMERCIO

10 ABASTO (GASOLINERA)

TERRENO UBICADO ENTRE LA CALLE D Y E DE LA ZEDDEC SANTA-FE



SONDEO ESTRATIGRAFICO

PROFUNDIDAD
EN
METROS

PROF. 0.00 10 20 30 40

ESTRATIGRAFIA

50/20

0.60

1.20

1.80

CAPA SUPERIOR.
RELLENOS HETEROGENEOS (R1) CONSISTIDO
POR ARENA LIMOSA CON GRANA Y CASCAJO
DE COLOR CARO CLARO.
RELLENOS SANITARIO (R5) CONSISTIDO POR
MATERIA ORGANICA INORGANICA (vidrio,
espejos, plásticos, etc.) CON INTERCALACIONES
DE ARELLA COLOR ROJO LAVADO AMBOS
RELLENOS DE COMPACTADO BAJA A MEDIA.

CAPA INTERMEDIA
LAYER (LH) CONSISTIDO POR ARENA GRUESA
A FINA, QUE ENVUELVE GRANA Y POLVEDOS SUB-
ANGULOSOS DE COLOR GRIS CLARO, DE
COMPACTADO ALTA A MUY ALTA, LOS POLVEDOS
DE HASTA 15" DE DIAMETRO.

CAPA RESISTENTE
ARENA MEDIA A GRUESA CON GRANAS Y
POLVEDOS DE 12" COMPACTADO MUY ALTA.

50/7

50/16

50/26

50/15

50/25

W-CONTENIDO DE HUMEDAD-(%)

LL-LIMITE LIQUIDO-(%)


LP-LIMITE PLASTICO-(%)

DDF Servicios Metropolitanos S.A de C.V.

INVESTIGACION CLIMATOLOGICA

Z.E.D.E.C. STA. FE

PRECIPITACION

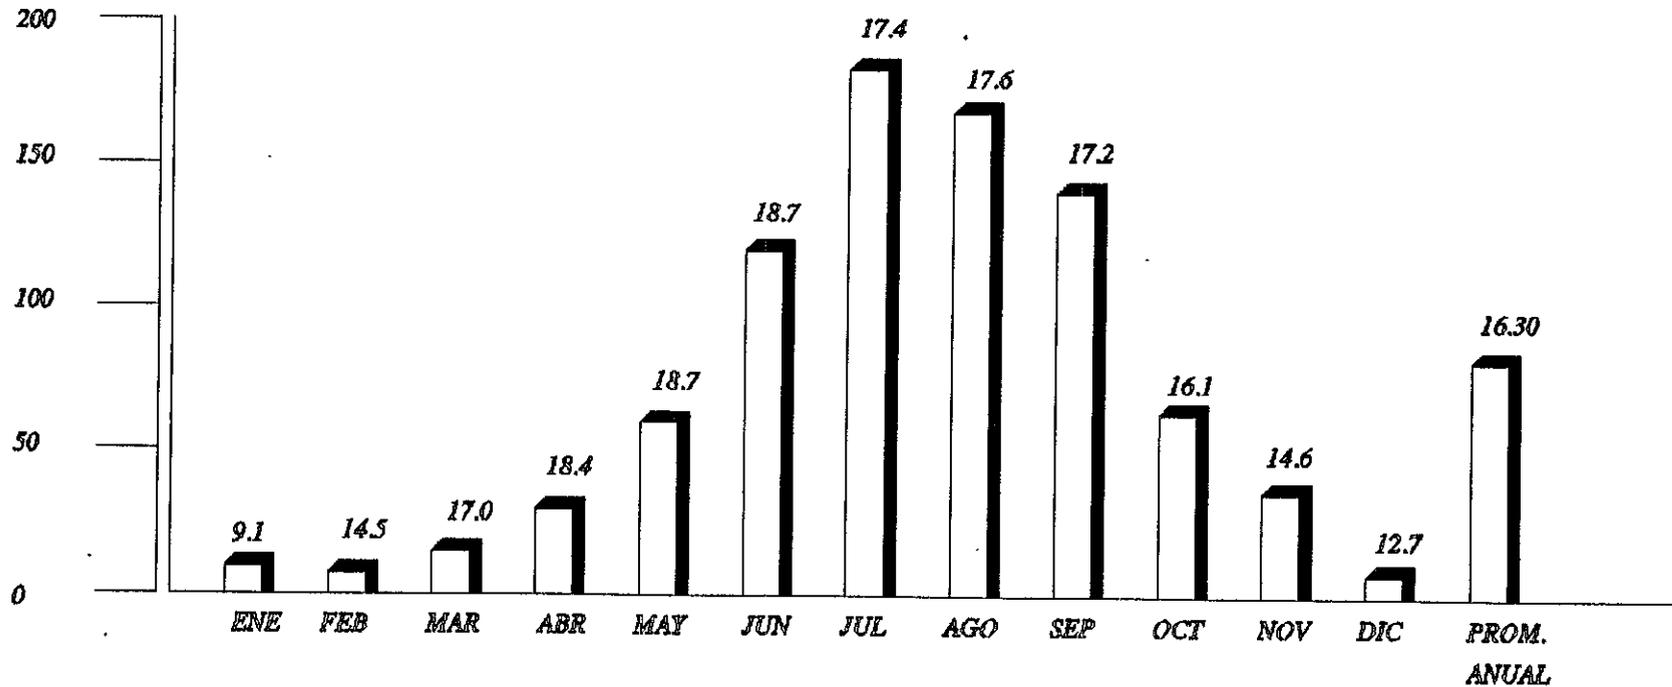


PRECIPITACION ANUAL TOTAL = 840.50

DDF Servicios Metropolitanos S.A de C.V.

INVESTIGACION CLIMATOLOGICA


Z.E.D.E.C. STA. FE

□ GRADOS CENTIGRADOS

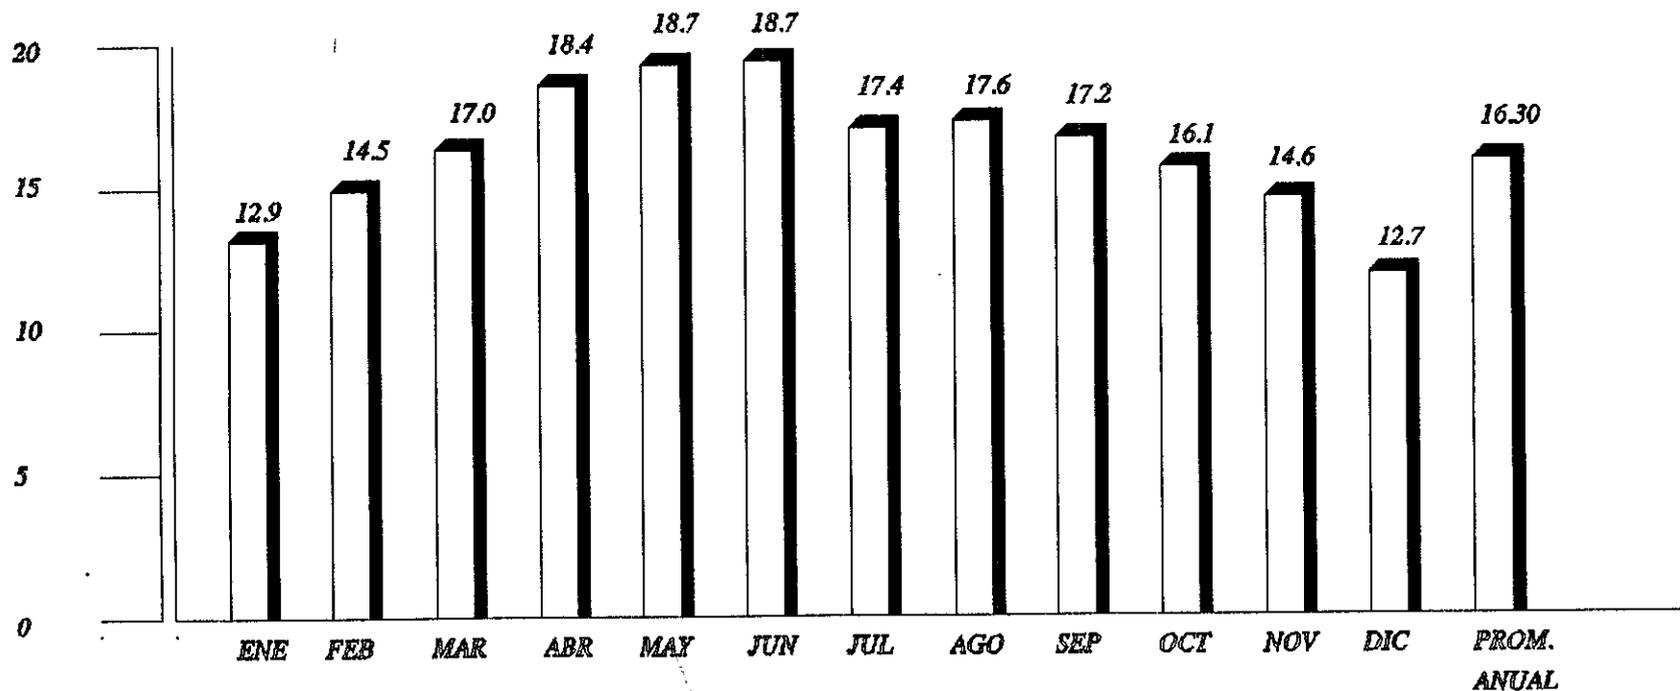

GRAFICA DE TEMPERATURA



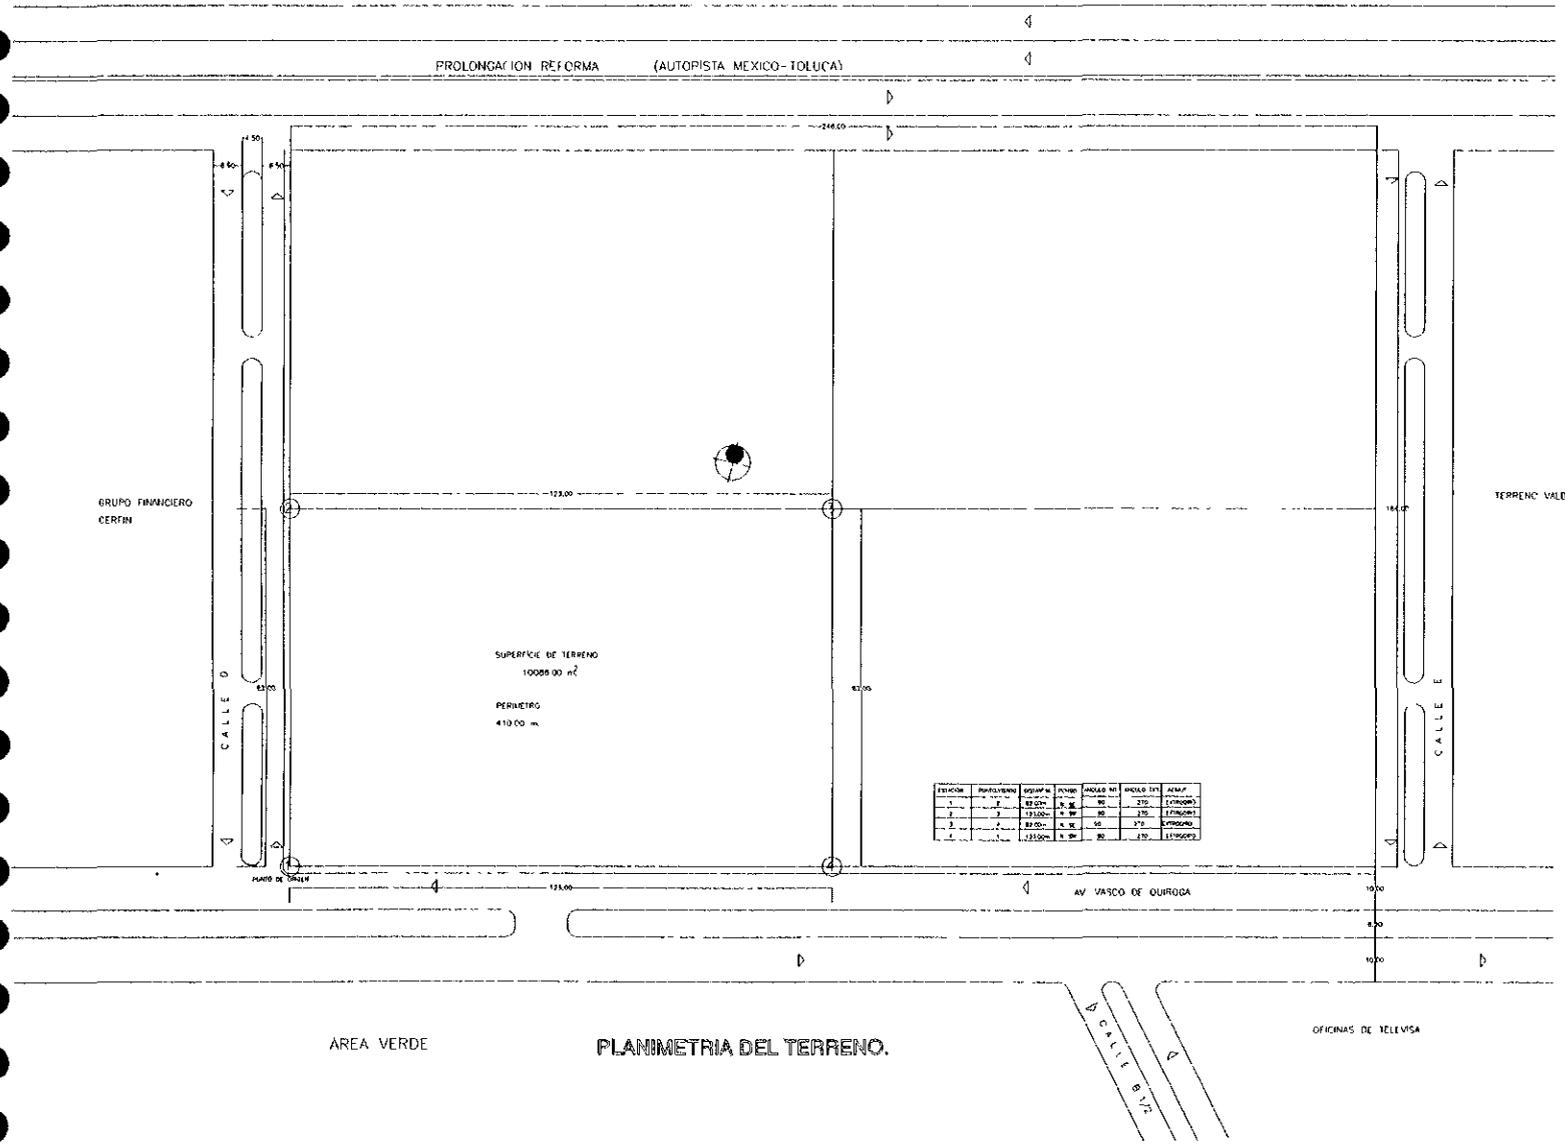

PLANIMETRIA DEL TERRENO.

TERRENO	PERIMETRO	AREA	PROYECTO	PROYECTISTA	PROYECTO	PROYECTISTA
1	128.00	10088.00	AV. VASCO DE QUIROGA			
2	128.00	10088.00	AV. VASCO DE QUIROGA			
3	128.00	10088.00	AV. VASCO DE QUIROGA			
4	128.00	10088.00	AV. VASCO DE QUIROGA			

N
O
R
T
E

ESPECIFICACIONES

SE DISEÑA PLAN DE OBRAS
LAS OBRAS SE HARAN DE ACUERDO
CON LAS NORMAS DE LA SECRETARIA DE
URBANISMO Y CONSTRUCCION

M - MALLA DE ALAMBRE
 N - RED NEGRA
 S - SUELO ENRIPIADO
 T - TUBERIA

TEMA:


ARQ. HERNAN MARTINEZ DE HOYOS
ARQ. RAUL VINCENT JACQUEL
ARQ. JORGE ROJAS CEBERRA

TESIS PROFESIONAL

CENTRO FINANCIERO

ALUMNO


BENITEZ MARTINEZ ROMAN

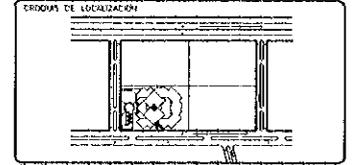

TIPO DE PLANO


PLANIMETRIA

ESCALA 1:500

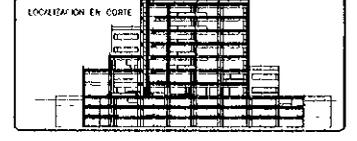

ESCALA GRAFICA

MAYO 1994

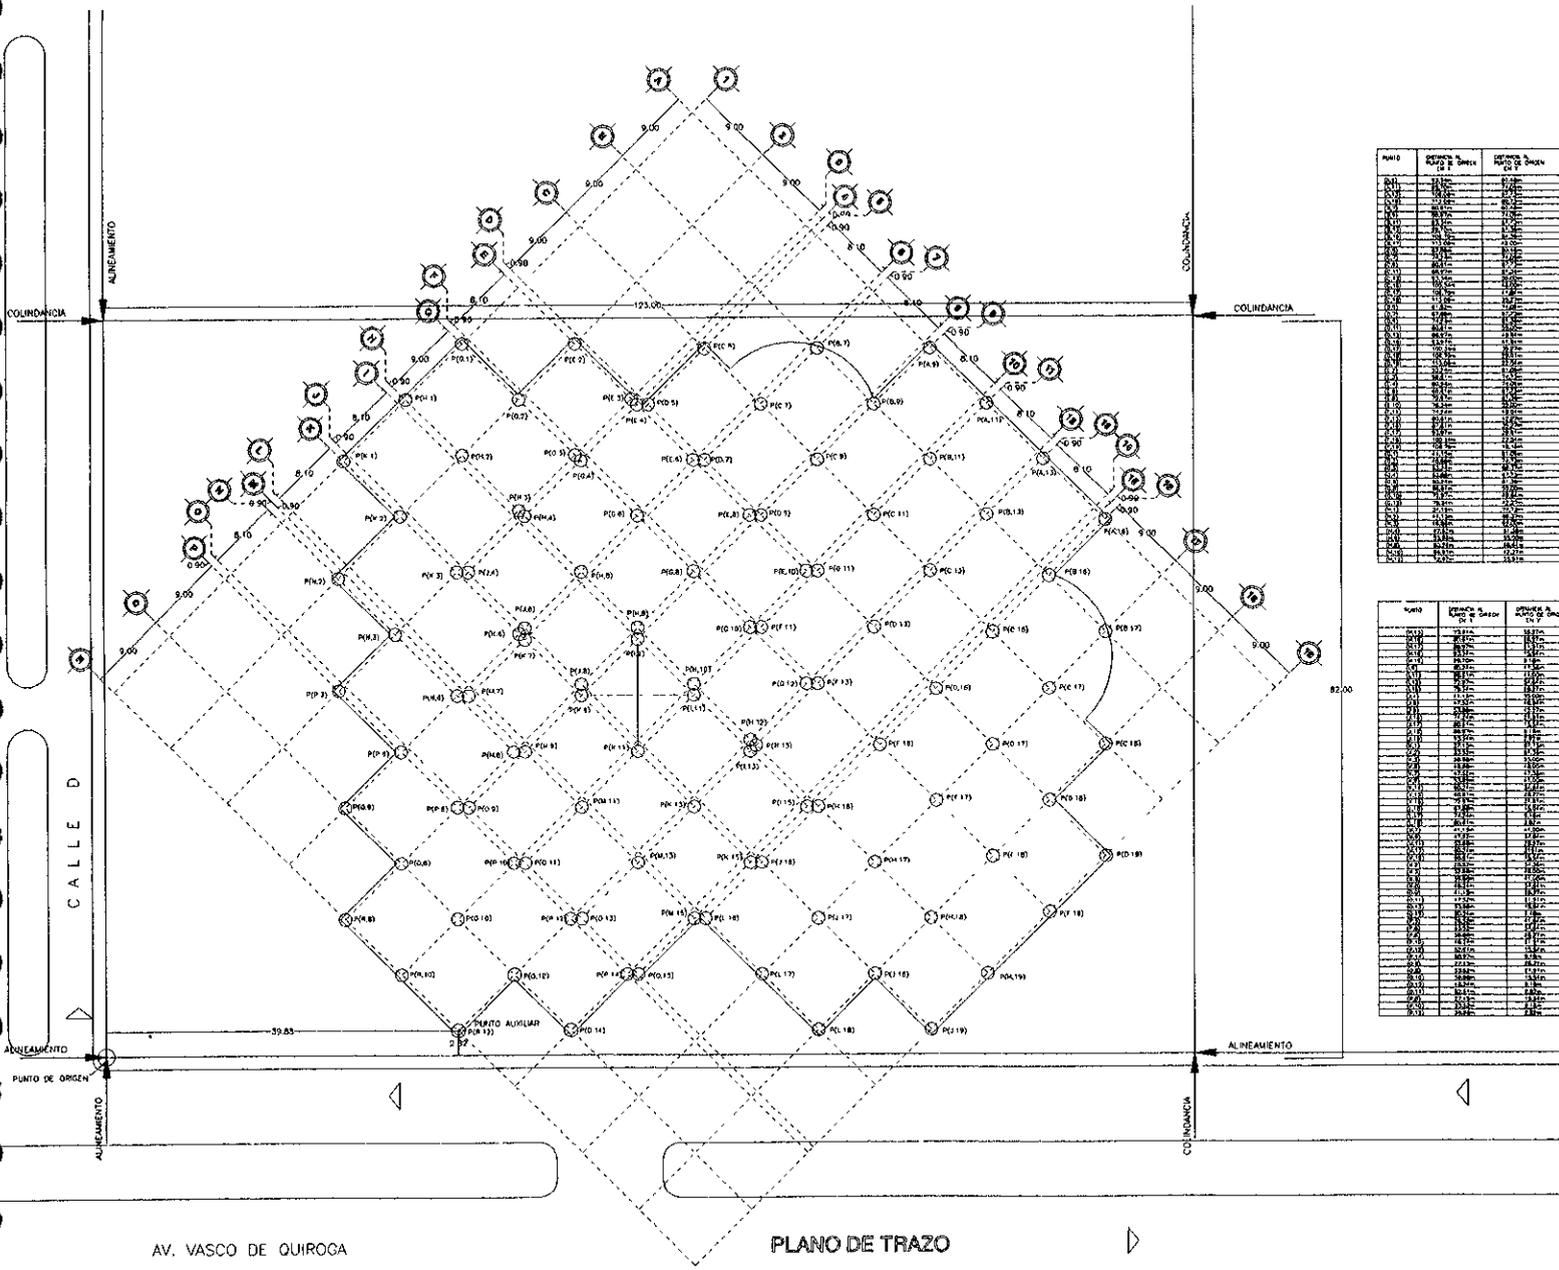


AV. VASCO DE QUIROGA

PLANO DE TRAZO

PARTE	DESCRIPCION	ESTADO
1
2
NUMERO	DESCRIPCION	ESTADO
1
2
3
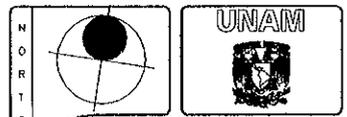

ESPECIFICACIONES

- UN COPA PARA EL FONDO.
- UN FONDO PARA EL FONDO.
- LOS ANILLOS DEBEN SER EN BRONCE.


MP - MUEL PUNTO
 MP - MUEL PUNTO
 MA - MUEL ANILLO
 M - MUEL

TEMA
 ARQ. JOSE MARTINEZ DE HOYOS
 ARQ. RAFA VINCENT JACQUET
 ARQ. JORGE ROJAS CEBRIAN


TESIS PROFESIONAL

CENTRO FINANCIERO


ALIADO
BENITEZ MARTINEZ ROMAN

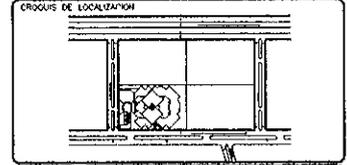

PLANOS
T-2 PLANOS
PLANO DE TRAZO

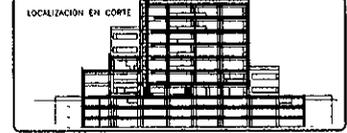

ESCALA GRFICA
 BATO 1996

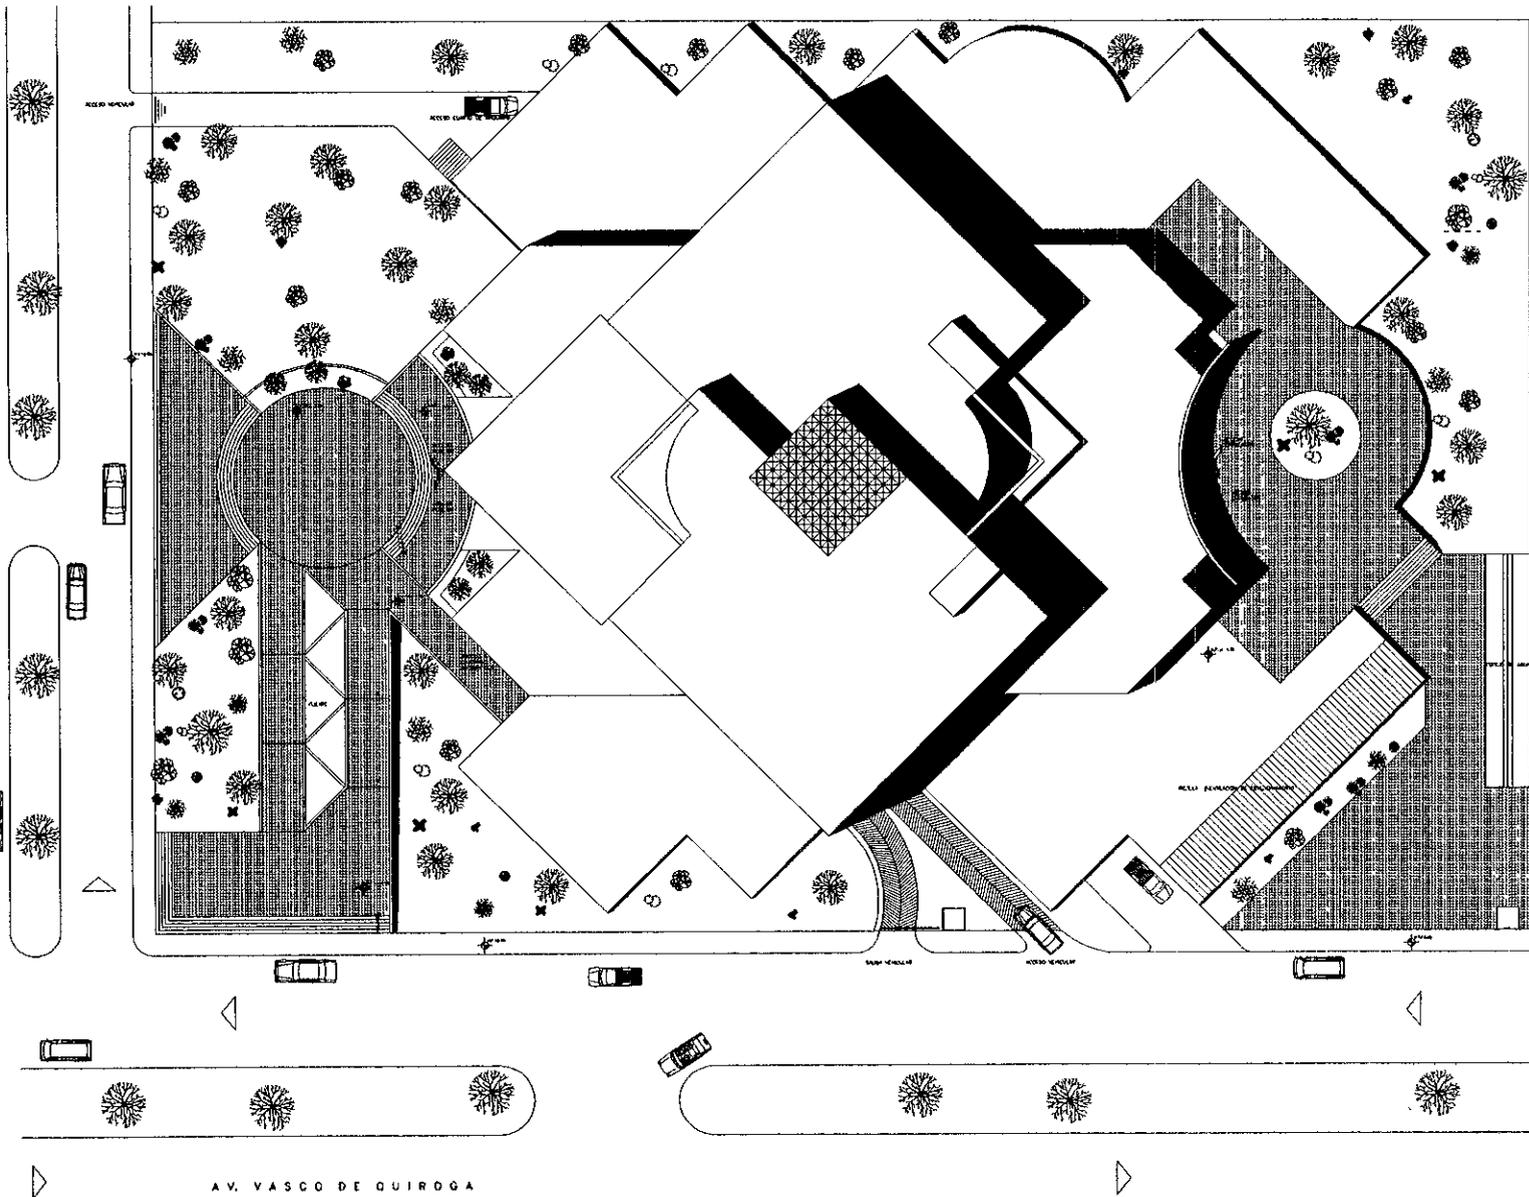

PLANTA DE CONJUNTO

H O R T E		
-----------------------	--	--


ESPECIFICACIONES

TEMA:
 APO. MONERO MARTINEZ DE MOYOS
 APO. RAUL VINCENTI JACQUEL
 APO. JORGE REYES CEBRIAN

TESIS PROFESIONAL

CENTRO FINANCIERO


ALUMNO:
 BENITEZ MARTINEZ ROMAN

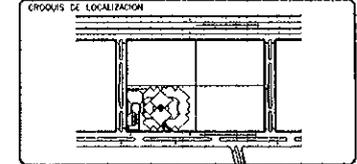

CORTE:
 A-1 PLANO PLANTA DE CONJUNTO


ESCALA:
 1 : 200

SITE: JACOBO LEDESMA SANTI TI
 SITO: SITO DE QUIMICA ESQUMI CON CALLE D

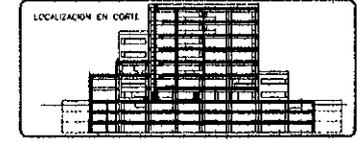

ESCALA GRAFICA

MAYO 1996

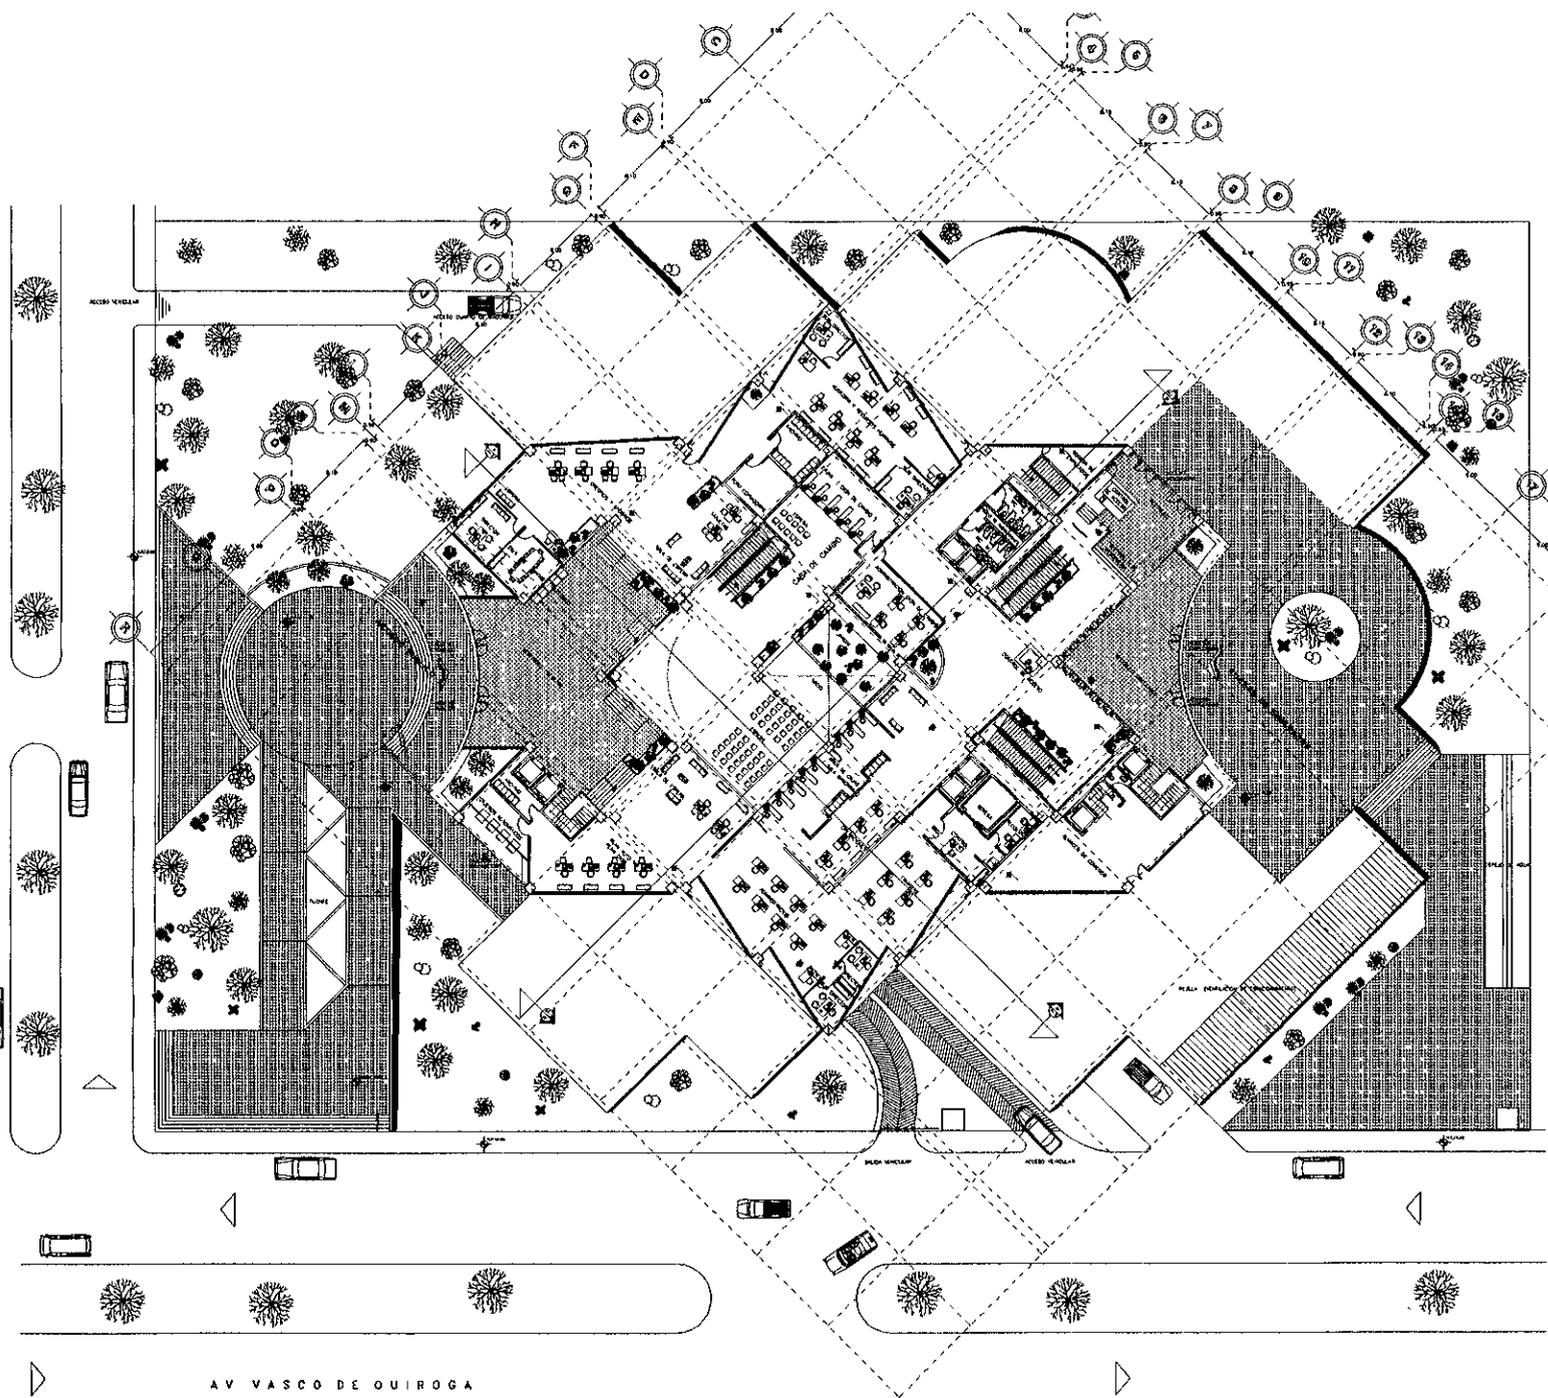

AV VASCO DE QUIROGA

PLANTA ARQUITECTONICA DE ACCESO Y CONJUNTO

N
O
R
T
E


ESPECIFICACIONES

TERNA
 ARO HOMERO MARTINEZ DE HOYOS
 ARO RAUL VINCENT JACQUES
 ARO JORGE ROJAS CEBRIAN

TESIS PROFESIONAL

CENTRO FINANCIERO

ALUMNO
BENITEZ MARTINEZ ROMAN

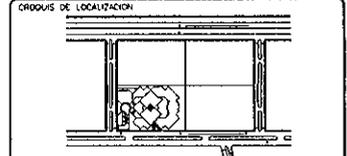


CLAVE
A-2

PLANO
 PLANTA ARQUITECTONICA BAJA Y CONJUNTO

ESCALA
 1 : 200


OTRO
 MTS

UBICACION
 ZONAS SANTA FE
 VASCO DE QUIROGA ESQUINA CON CALLE D

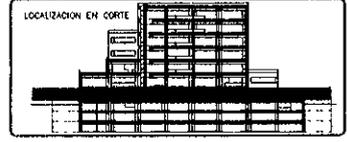

ESCALA METRICA

MAYO 1986

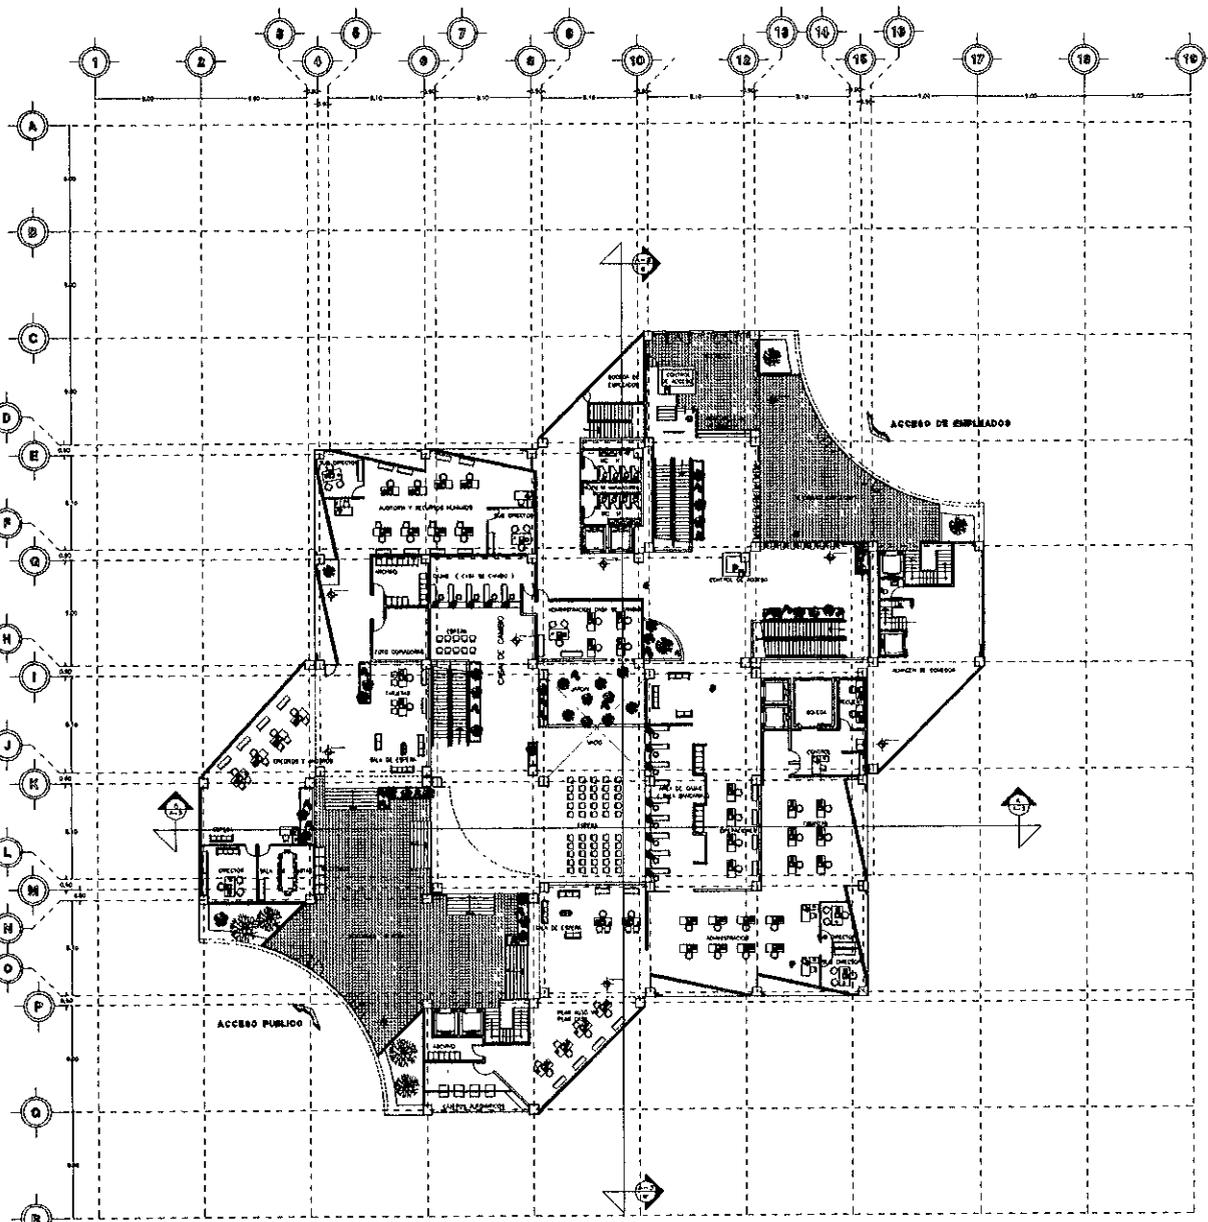


PLANTA ARQUITECTONICA BAJA
SALA BANCARIA Y CASA DE CAMBIO

N O R T E		
	ESPECIFICACIONES <ul style="list-style-type: none"> • LOS ESPACIOS DEBEN ALINGARSE • LOS ESPACIOS DEBEN SER RECTANGULARES • LOS PASILLOS DEBEN SER RECTANGULARES 	
TERMINOS ARO HOMERO MARTINEZ DE HOYOS ARO RAUL VINCENT JACQUET ARO JORGE ROMAS CEBRIAN		
TESIS PROFESIONAL		

CENTRO FINANCIERO

ALUMNO	BENITEZ MARTINEZ ROMAN.		
CRONOGRAMA DE LOCALIZACION 			
CLAVE	PLANO	PLANTA ARQUITECTONICA	
A-3			
ESCALA	OSTAS	UBICACION: ZEDECO SANTA FE	
1 : 500	M/S	VIAJERO DE GUERRA ESCALERA CON CALLE D	
LOCALIZACION EN CORTE 			
ESCALA GRAFICA 			
MAYO 1996			

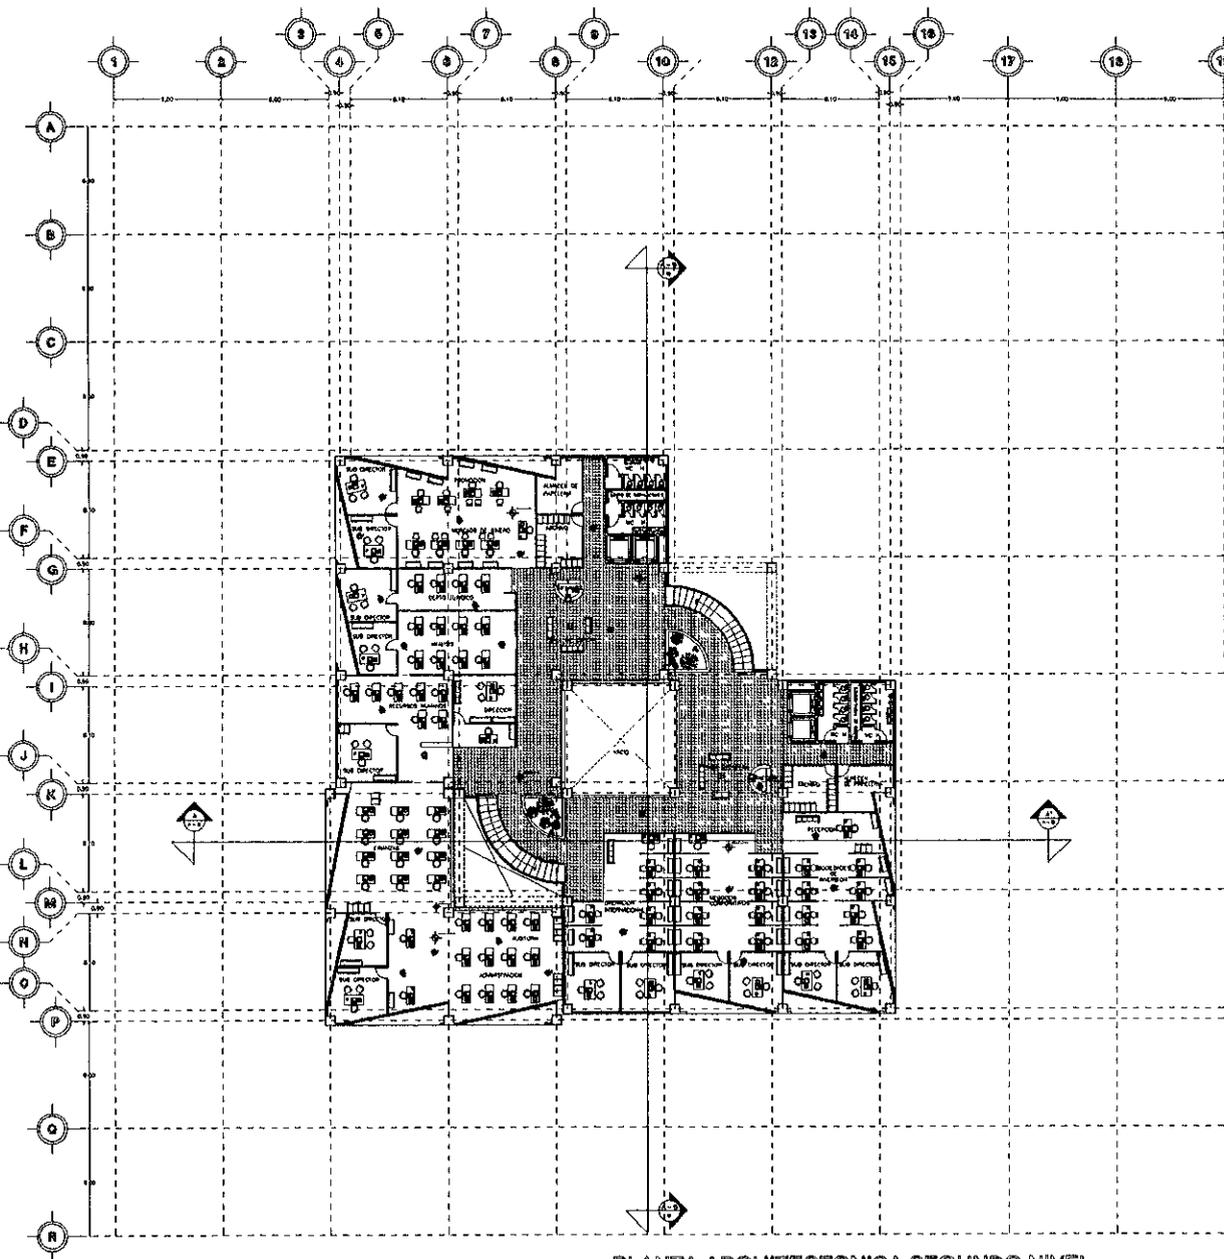


PLANTA ARQUITECTONICA SEGUNDO NIVEL
CASA DE BOLSA

N O R T E		
	ESPECIFICACIONES - LAS CORTES FIEN AL ARQUITECTO - LAS CORTES FIEN EN VENTANA - LOS MUEBLES CORTES DE VENTANA MP - MUEL PISO MARMOL MP - MUEL PAREL MB - MUEL MADERA M - MUEL	
TESIS PROFESIONAL TEMA ARO HOMERO MARTINEZ DE HOYOS ARO RAUL VINCENT JADHET ARO JORGE ROJAS CEBRIAN		


CENTRO FINANCIERO

ALUMNO BENITEZ MARTINEZ ROMAN		
CROQUIS DE LOCALIZACION 		
CLAVE A-5	PLANO PLANTA ARQUITECTONICA	
ESCALA 1:200	COTAS MTS	UBICACION ZEDOC SANTA FE 4300 DE GUINOA ESQUINA CON CALLE D
LOCALIZACION EN CORTE 		
ESCALA GRFICA 		
MAYO 1996		

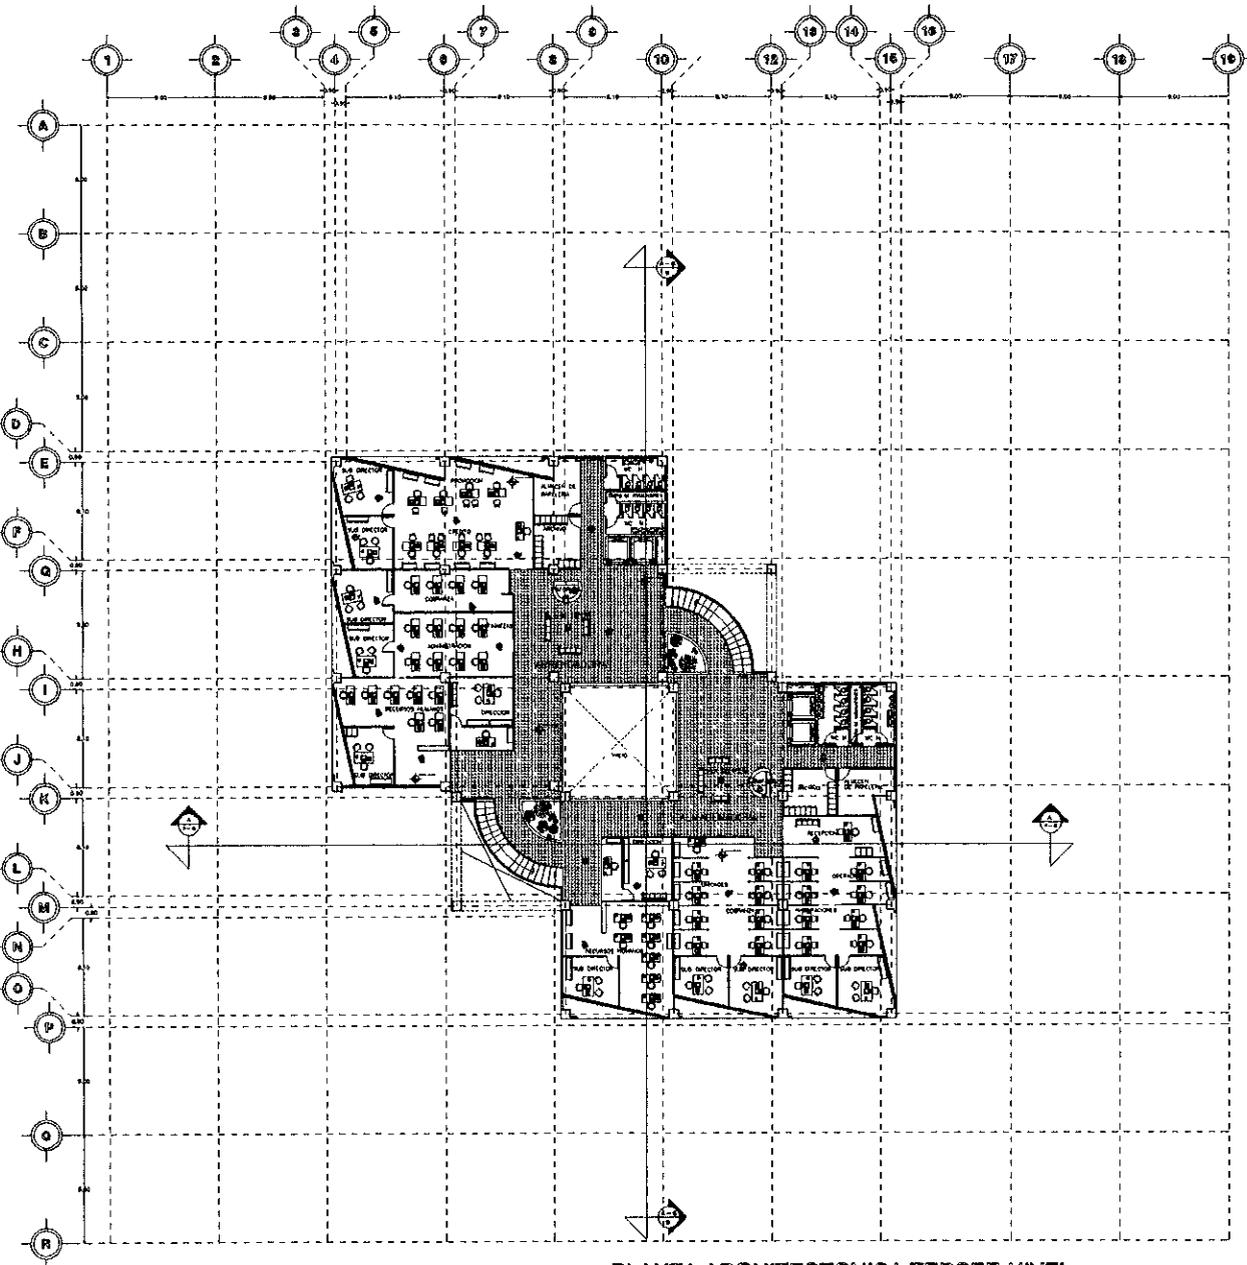

PLANTA ARQUITECTONICA TERCER NIVEL
ARRENDADORA Y ALMACENADORA

N
O
R
T
E

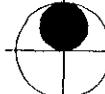



ESPECIFICACIONES

- LAS COTAS SON EN DECIMOS
- LAS COTAS DEBY EN METROS
- LOS ANGELES ESTAN EN METROS

MP - PISO PISO TERMINADO
 MP - PISO PISO
 ME - PISO ENTERRADO
 M - PISO

TERCERA
 ARQ. MONTERO MARRINEZ DE HOYOS
 ARQ. RAFA VICENT JACQUET
 ARQ. JORGE ROJAS CEBRIAN

TESIS PROFESIONAL


CENTRO FINANCIERO

ALUMNO

BENITZ MARTINEZ ROMAN.



CROQUIS DE LOCALIZACION

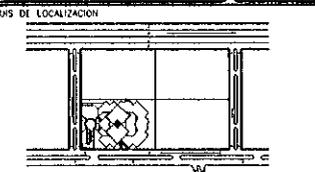

CLASE

A-6

PLANO

PLANTA ARQUITECTONICA

ESCALA

1 : 200

COTAS

MTS

UBICACION

ZEDUC SANTA FE
INSCO DE GUADAJALARA CON CALLE O


LOCALIZACION EN CORTE



ESCALA GRAFICA



MAYO 1996

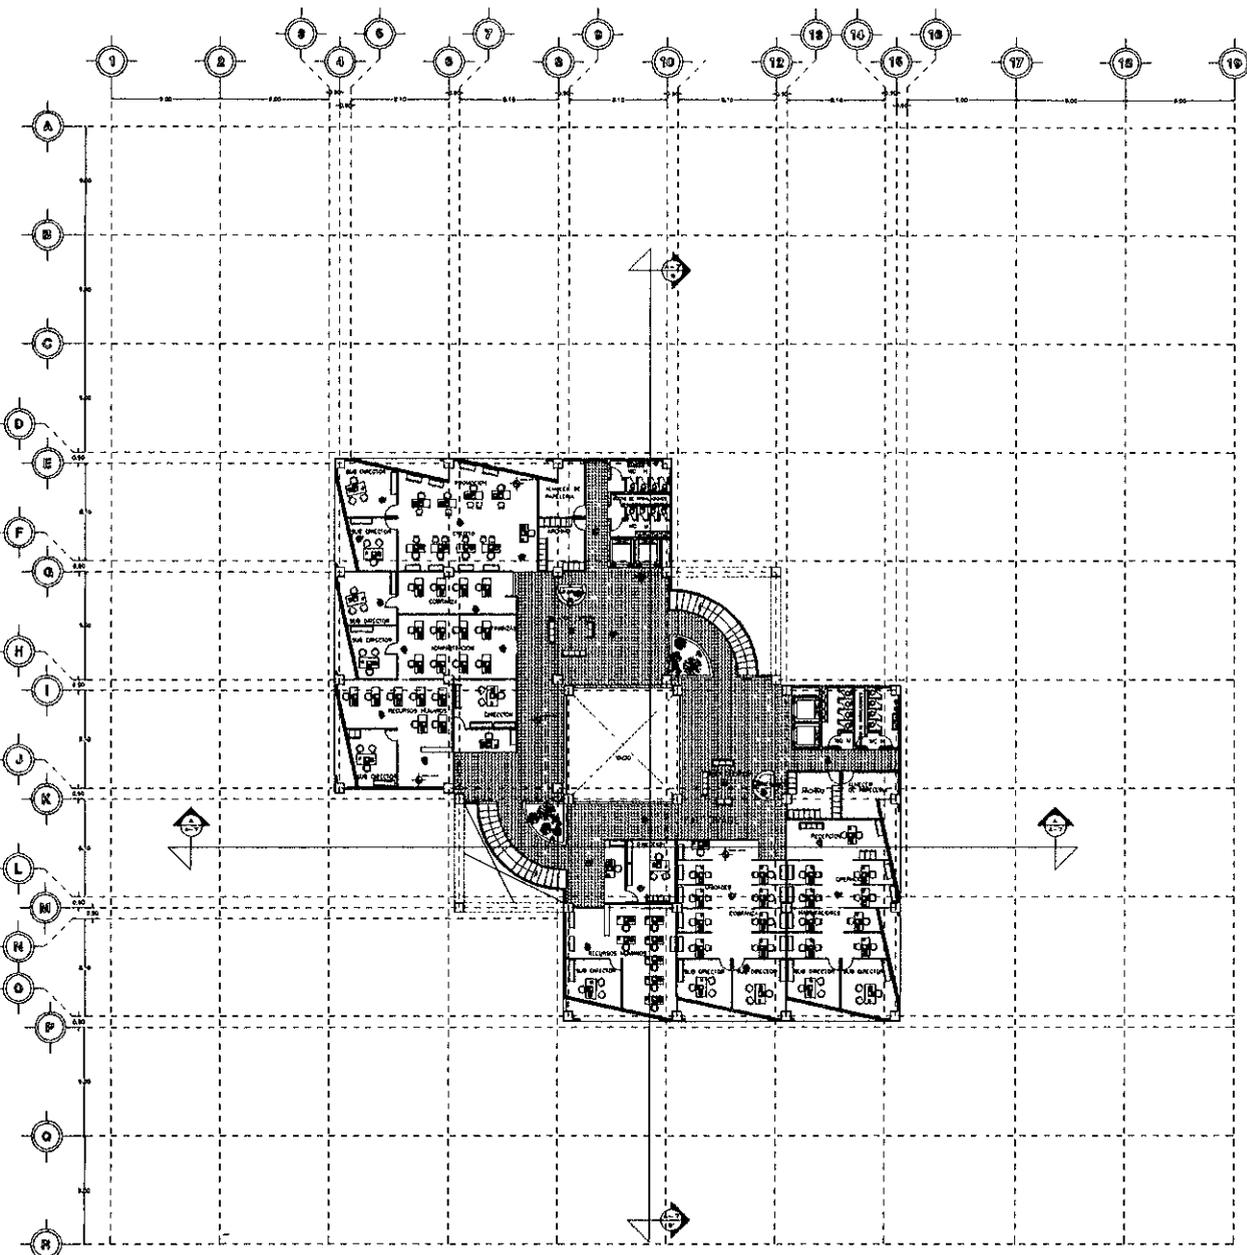

PLANTA ARQUITECTONICA CUARTO NIVEL
FACTORAGE

N O R T E		
-----------------------	--	--

ESPECIFICACIONES

- LVS CONAS MODUL 40x60 CM.
 - LVS CONAS LLEVA EN VENTANA
 - LVS MODULO 20x40 CM. HERRAJE


MP1 - MUEL. PISO TERRAZO
 MP - MUEL. PISO
 MR - MUEL. MURDITA
 M - MUEL.

TERNIA
 ARQ. HOMERO MARTINEZ DE HOYOS
 ARQ. RAUL VALENZ JACQUET
 ARQ. JORGE ROJAS CEBRIAN

TESIB PROFESIONAL


CENTRO FINANCIERO

ALUMNO	
BENITEZ MARTINEZ ROMAN	

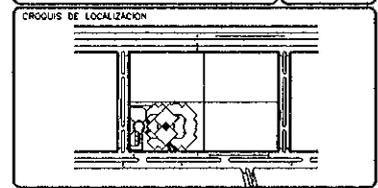


CLAVE	PLANO
A-7	PLANTA ARQUITECTONICA


ESCALA	COTAS	UBICACION
1:200	MTS	ZONIC SANTA FE MISCO DE OLIMPICA ENGRANA CON CALLE D

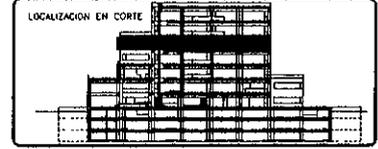

ESCALA GRAFICA

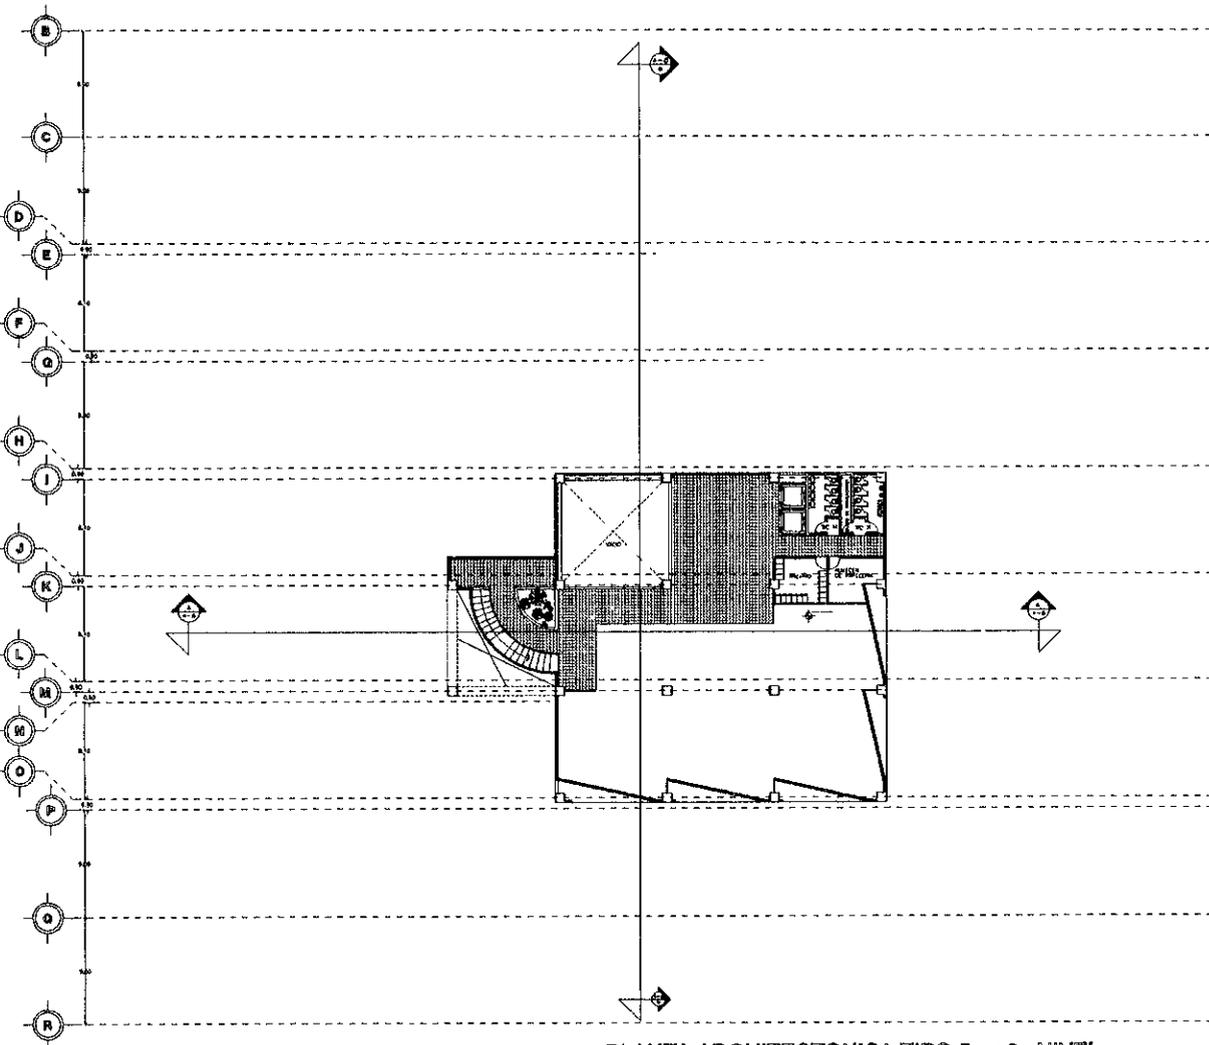


PLANTA ARQUITECTONICA TIPO 50 y 60 NIVEL
FUTURO CRECIMIENTO DEL CENTRO FINANCIERO

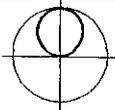
N O R T E		
	ESPECIFICACIONES.	
<ul style="list-style-type: none"> - LOS DIFER NIVEL AL TERMINO - LOS CORRIENTES EN METRO - LOS ANCHOS ESTAN EN METRO 		
<ul style="list-style-type: none"> MP - MADERA TERMINADA MP - MADERA PINTADA MB - MADERA BRUNDA M - MADERA 		
TERMINAL		
ARO HOMERO MARTINEZ DE HOYOS ARO RAUL VINCENT JACQUET ARO JORGE ROJAS CEBRIAN		
TESIS PROFESIONAL		

CENTRO FINANCIERO

ALUMNO BENITEZ MARTINEZ ROMAN		
CROQUIS DE LOCALIZACION		
		
CLAVE A-8	PLANO PLANTA ARQUITECTONICA	
ESCALA 1 : 200	COSTAS MTS	UBICACION ZEDCO SANTA FE 10500 DE GUERRA ESQUINA CON CALLE D
LOCALIZACION EN CORTE		
		
ESCALA GRAFICA		
MAYO 1998		

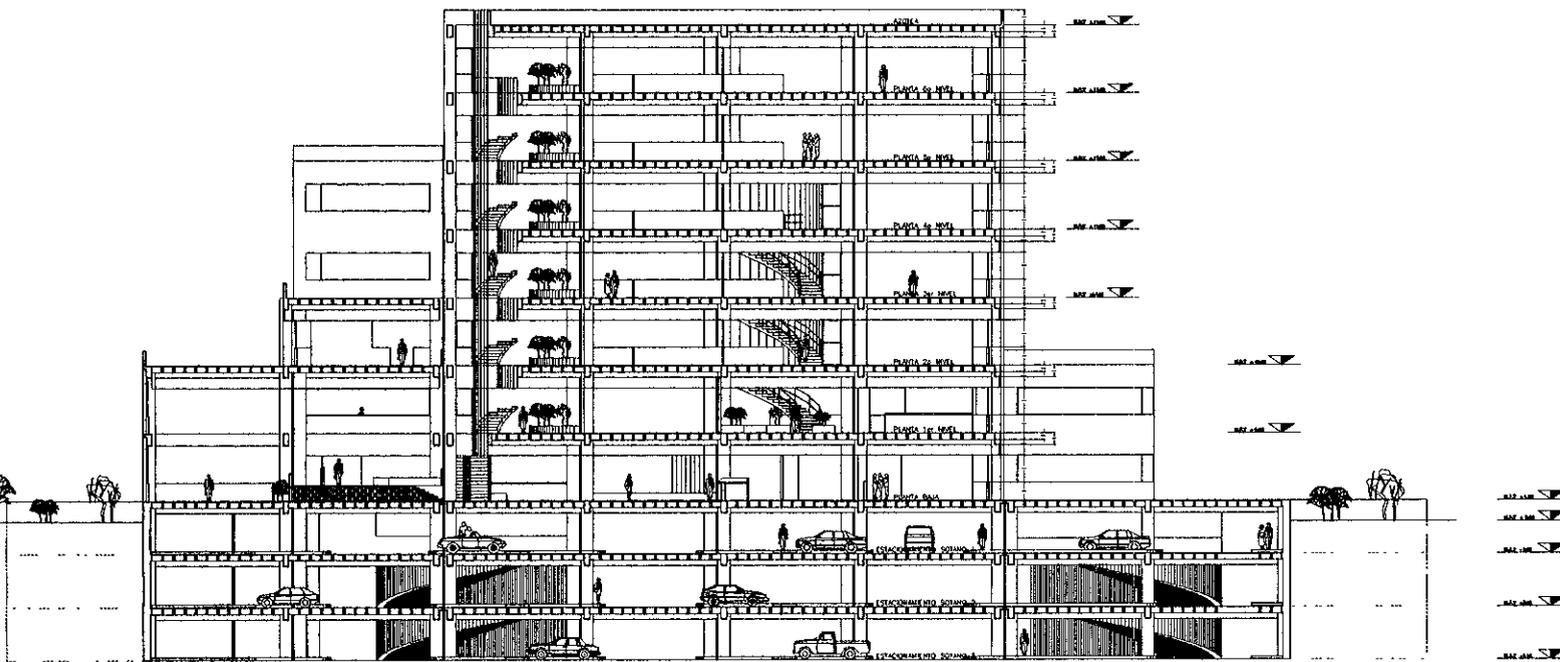

CORTE A - A'

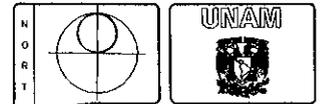

ESPECIFICACIONES

- LÍNEA CONTINUA EN NEGRO
- LÍNEA PUNTEADA EN NEGRO
- LÍNEA TRAZADA EN NEGRO
- LÍNEA TRAZADA EN ROJO
- LÍNEA TRAZADA EN AZUL
- LÍNEA TRAZADA EN VERDE
- LÍNEA TRAZADA EN AMARILLO
- LÍNEA TRAZADA EN NARANJA
- LÍNEA TRAZADA EN PÚRPURA
- LÍNEA TRAZADA EN GRIS
- LÍNEA TRAZADA EN BLANCO
- LÍNEA TRAZADA EN NEGRO

TIEMA
 ARQ. HONORIO MARTINEZ DE HOYOS
 ARQ. RAUL VICENTE JACOCCI
 ARQ. JORGE ROJAS CEBRAN

TESIS PROFESIONAL

CENTRO FINANCIERO

ALUMNO
 BENITEZ MARTINEZ ROMAN


GRUPO DE EDUCACION

CLASE PLANO
 A-9 CORTE ARQUITECTONICO

BOYA COPIA
 1 x 250 1/2 LITS


PROYECTOR
 ZENCO SANTA TE

UNIDAD DE EDUCACION
 UNIDAD DE EDUCACION CON DATE B

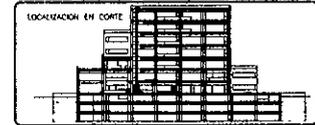

ESCALA GRAFICA

MAYO 1988

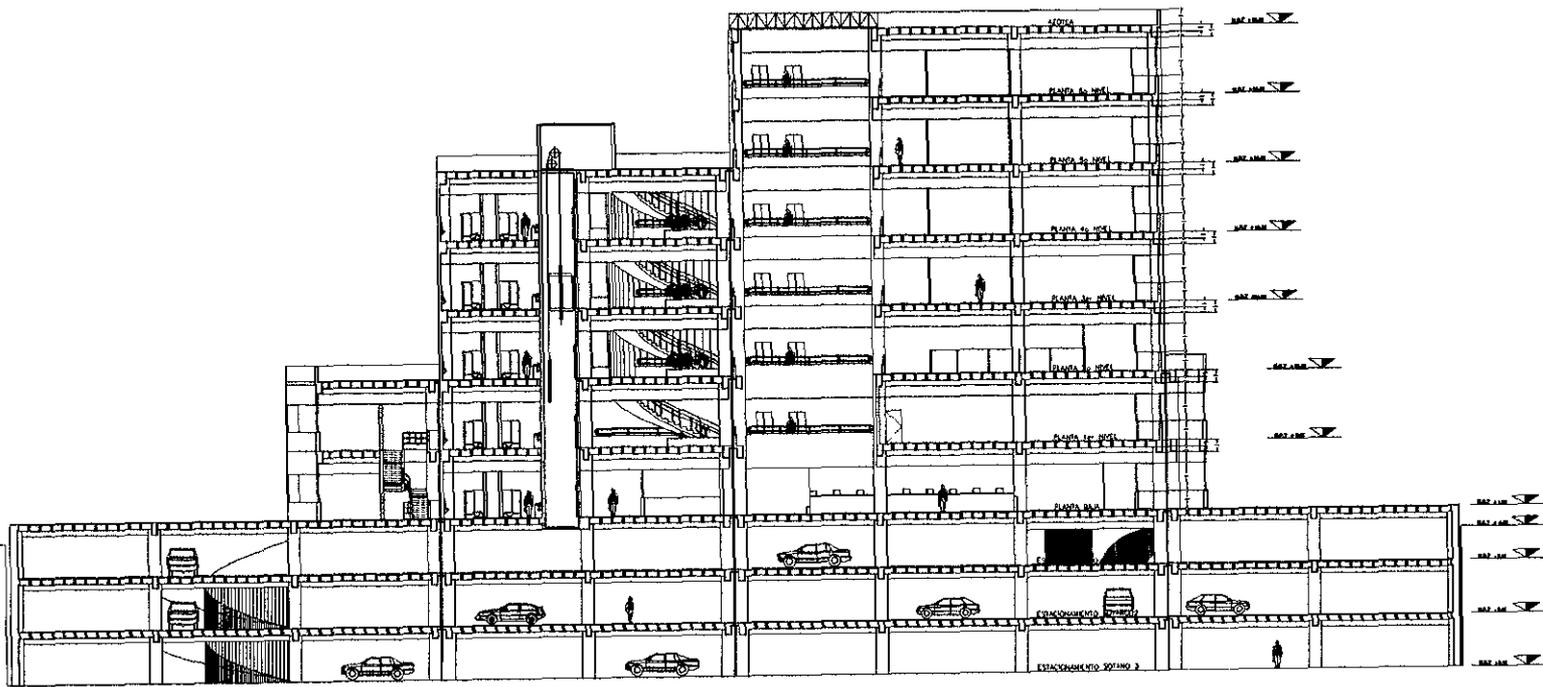


CORTE B - B'

N O R T E		
	<p>ESPECIFICACIONES</p> <p>• 100 GRAMOS PUNTO DE VENTA 1000 GRAMOS TONEL DE METRO 1000000 GRAMOS TONEL DE METRO</p> <p>MP - MODO PARA SEÑALAR MP - MODO PARA SEÑALAR MP - MODO PARA SEÑALAR MP - MODO PARA SEÑALAR</p>	
<p>TEMA:</p> <p>ARO HONORIO MARTINEZ DE HOYOS ARO PAUL VINCENT JACQUET ARO JORGE POLANS CEBRIAN</p>		
<p>TESIS PROFESIONAL</p>		


CENTRO FINANCIERO

ALUMNO	
<p>BENITEZ MARTINEZ ROMAN</p>	
<p>CICLOS DE LOCALIZACION</p>	
CLAVE	PLANO
A-10	CORTE ARQUITECTONICO
ESCALA	UBICACION
1:200	UBICACION ZOOLOGICA EN LA VIVIENDA DE BARRIO ESCUELA CON CALLE 3
<p>LOCALIZACION EN CORTE</p>	
<p>ESCALA GRUPELA</p>	
<p>MAYO 1998</p>	

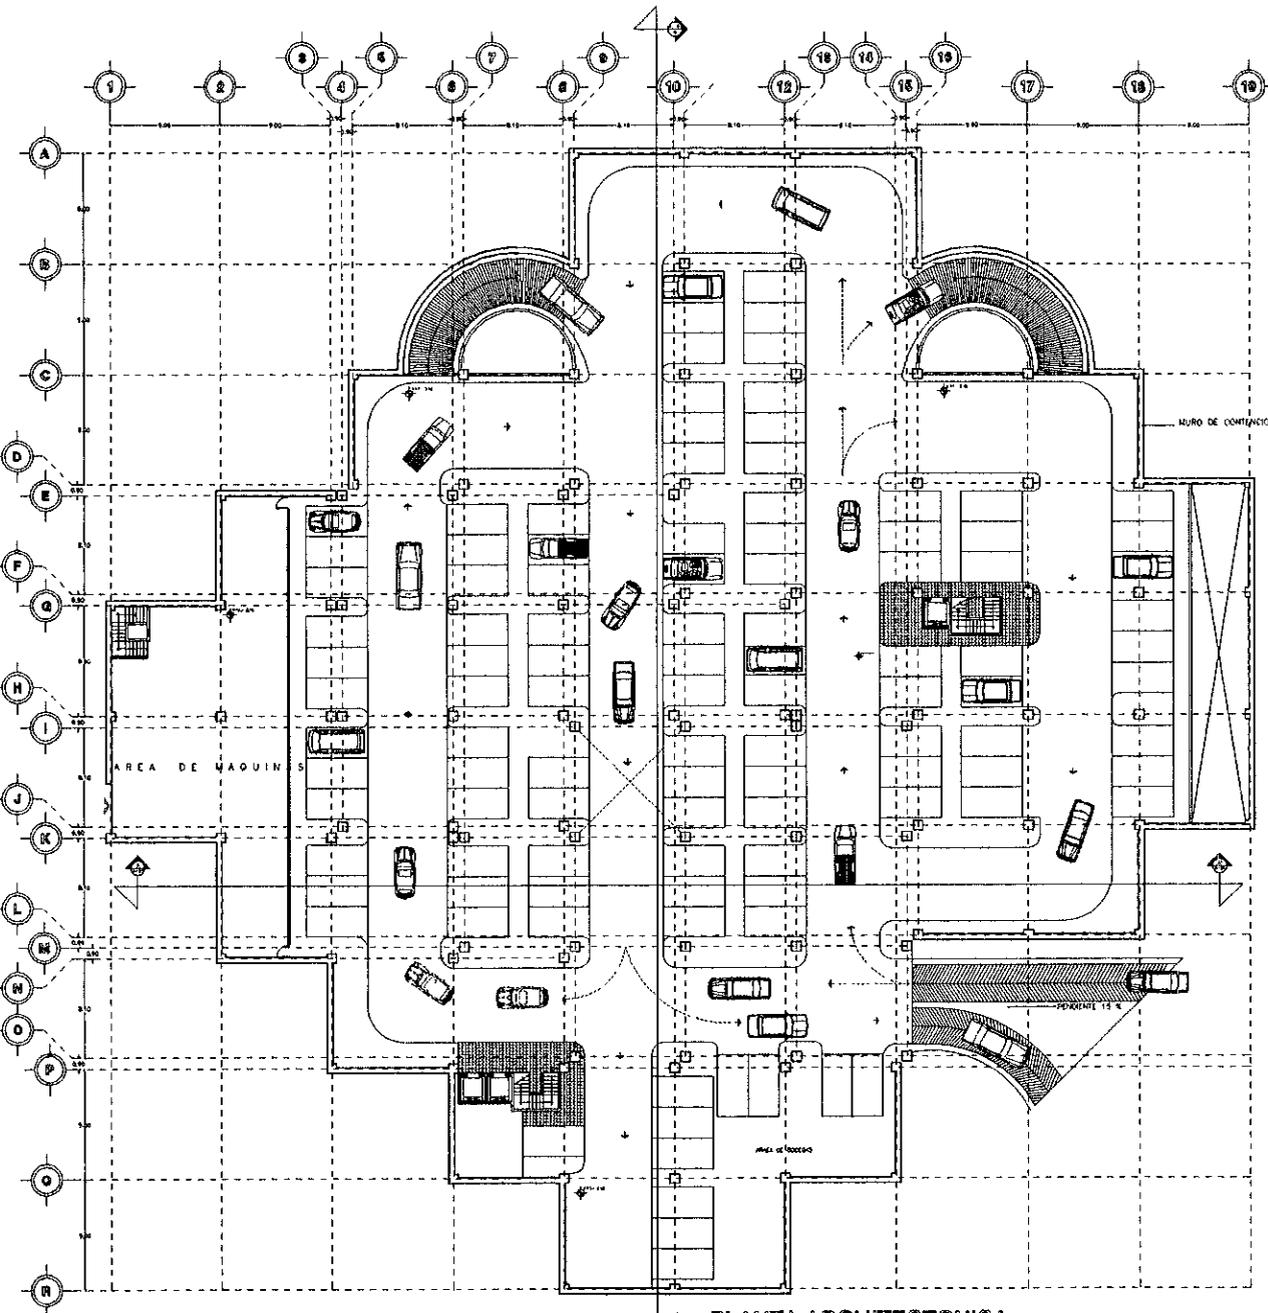

PLANTA ARQUITECTONICA
ESTACIONAMIENTO SOTANO UNO

N
O
R
T
E

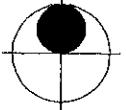


ESPECIFICACIONES.

- LAS COTAS DEBE AL METRO.
- LAS COTAS DEBE EN METROS.
- LOS ANGULOS DEBE EN METROS.

MPA - MUEL PISO TERMINADO.
 MP - MUEL PISO.
 MB - MUEL BARRERA.
 M - MUEL.

- 1. EN EL CASO DE QUE SE REQUIERAN SERVICIOS DE TALLERES PARA LA MANUTENCION DE LOS VEHICULOS, SE DEBE CONTEMPLAR EN EL DISEÑO UN AREA PARA ESTOS SERVICIOS.
- 2. EL AREA DE ACCESO A ESTACIONAMIENTO DEBE SER DE 10 METROS DE ANCHURA.
- 3. TENER EN CUENTA CONSERVAR UNA PROTECCION.

TERNA.


ARO HOMERO MARTINEZ DE HOYOS
 ARO RAUL VINCENT JACQUET
 ARO JORGE ROJAS CEBRIAN

TESIS PROFESIONAL

CENTRO FINANCIERO

ALVARO

BENITEZ MARTINEZ ROMAN

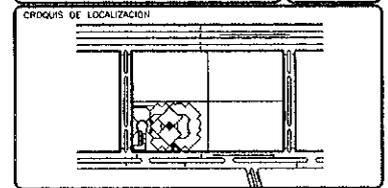CLAVE PLANO


A-S1 PLANTA ARQUITECTONICA

ESCALA 1:200

COTAS METROS

UBICACION ZEDDEC SANTA FE


WISSO DE OCHOOSA ESQUINA CON CALLE 6

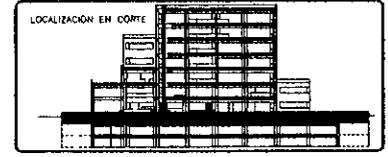

ESCALA GRAFICA



MAYO 1996

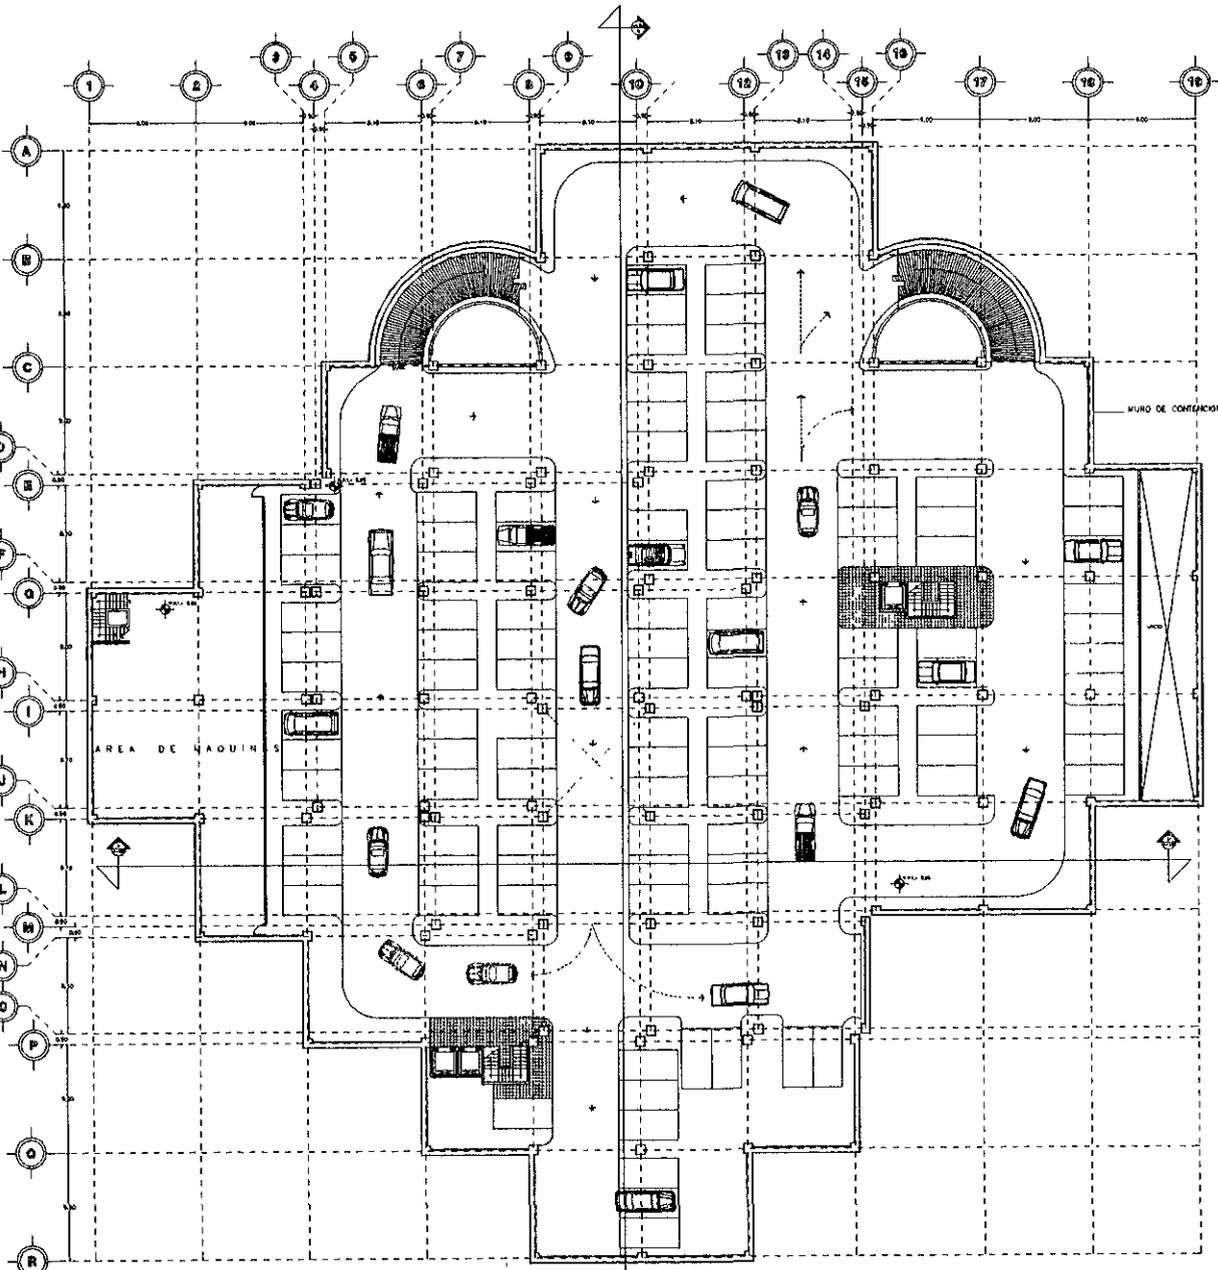


PLANTA ARQUITECTONICA
ESTACIONAMIENTO SOTANO DOS

N O R T E		
	<p>ESPECIFICACIONES</p> <ul style="list-style-type: none"> - EN COTAS PUESTA AL DIBUJO - EN COTAS LEVANTO EN TERRENO - LOS MUEBLES DEBEN SER EN METAL <p> AM - MUEL PISO ENTARIMADO MP - MUEL PISO METAL MB - MUEL BARRILETA M - MUEL </p>	
<p>TERRENO:</p> <p> ARO HOMERO MARTINEZ DE HOYOS ARO RAUL VINCENT JACQUET ARO JORGE ROJAS CEBRIAN </p>		
<p>TESIS PROFESIONAL</p>		

CENTRO FINANCIERO

ALUMNO	BRNITZ MARTINEZ ROMAN		
<p>CROQUIS DE LOCALIZACION</p>			
CLAVE	PLANO	PLANTA ARQUITECTONICA	
A-S2			
ESCALA	COTAS	LOCALIZACION ZEDEC SANTA FE	
1:200	MTS	PASADIZO DE GUARDAR ESCOLINA CON CALLE D	
<p>LOCALIZACION EN CORTE</p>			
<p>ESCALA GRAFICA</p>			
<p>MAYO 1996</p>			

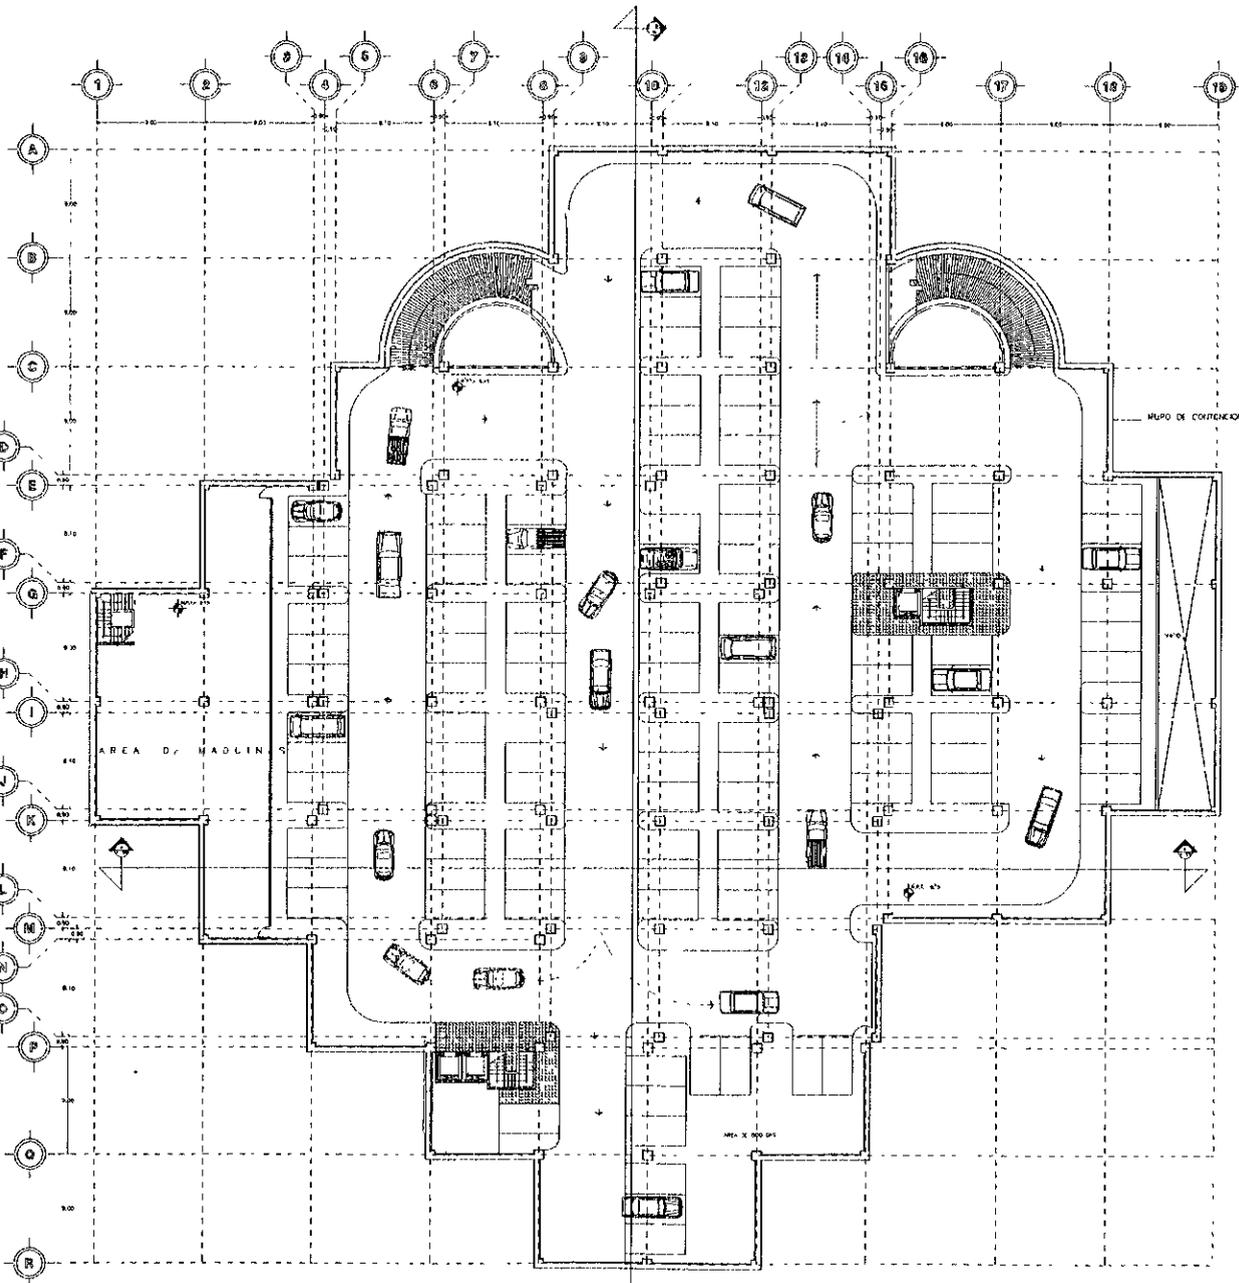

PLANTA ARQUITECTONICA
ESTACIONAMIENTO SOTANO TRES

N O R T E		
-----------------------	--	--

ESPECIFICACIONES

- LAS CÉLULAS DEBE EN CUBIERTA
- LAS CÉLULAS DEBE EN RETARDO
- LOS APARTELOS DEBE EN METAL

MET - METAL APARTELO
 M - MATE, PARETE
 M2 - MATE BARRERA
 N - MATE


- EL PISO DE CADA UNO DE LOS PISOS DEBE SER DE CEMENTO Y DEBE SER DE 10 CM DE ESPESOR
- LA PARETE DE CADA UNO DE LOS PISOS DEBE SER DE CEMENTO Y DEBE SER DE 10 CM DE ESPESOR
- TODAS LAS COLUMNAS DEBE CONCRETAR CON PROTECCION

TEPNA
 APO HERRERO MARTINEZ DE MEYER
 APO PAUL VINCENT JALQUIET
 APO JORGE ROJAS CEBRAN


TESIS PROFESIONAL



CENTRO FINANCIERO

ALUMNO
BENITEZ MARTINEZ ROMAN


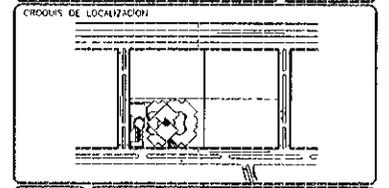


CLAVE A-S3	PLANO PLANTA ARQUITECTONICA
ESCALA 1:200	UBICACION ZONER SANTA FE VASO DE JARDINERIA ESQUINA CON CALL. B

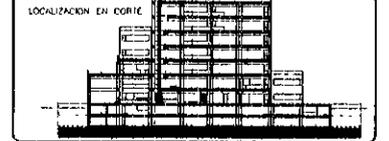


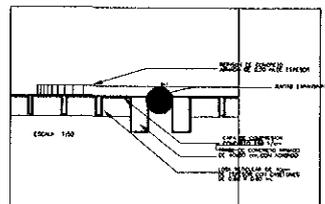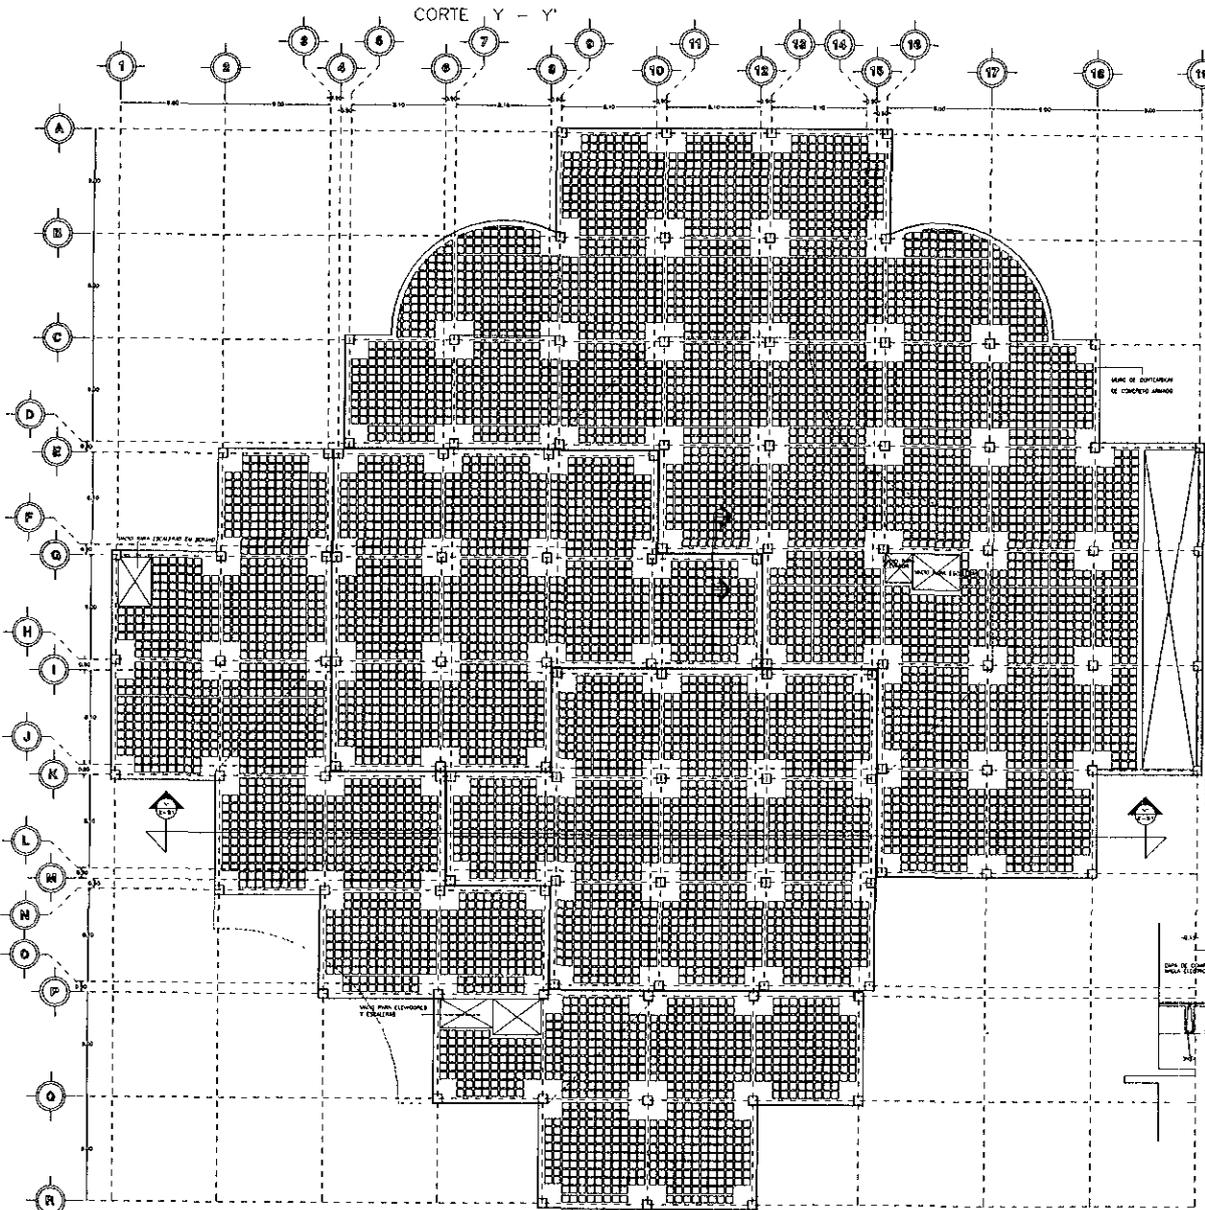

DETALLE X - X'

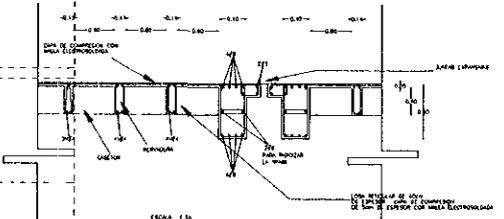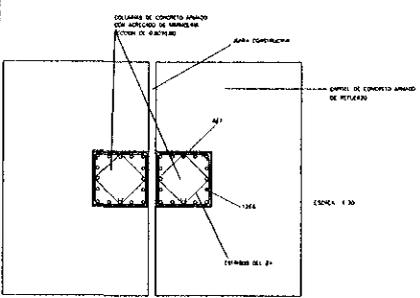

PLANTA ESTRUCTURAL
SOTANO UNO

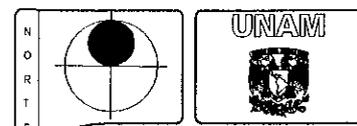

ESPECIFICACIONES


- LAS COLUMNAS DEBEN SER AL MENOS DE 40 CM DE DIAMETRO Y DEBEN SER REFORZADAS CON 8 Ø 10
- LAS COLUMNAS DEBEN SER REFORZADAS CON 8 Ø 10
- LOS MUELOS DEBEN SER DE 15 CM DE ANCHO
- CUANDO SE UTILICE MUELOS DE 15 CM DE ANCHO DEBEN SER REFORZADOS CON 4 Ø 10

PARA EL CALCULO Y DIMENSIONAMIENTO DE LAS COLUMNAS SE CONSIDERARÁ EL EJE MAS FATIGADO. LAS DIMENSIONES OBTENIDAS SE APLICARÁN A LOS DIFERENTES ELEMENTOS PARA ASÍ UNIFORMIZAR SECCIONES

TÍTULO
 ARO HOMERO MARTINEZ DE HOYOS
 ARO RAUL VINCENT JACQUET
 ARO JORGE ROJAS CEBRIAN
TESIS PROFESIONAL


CENTRO FINANCIERO

ALUMNO
BENITEZ MARTINEZ ROMAN

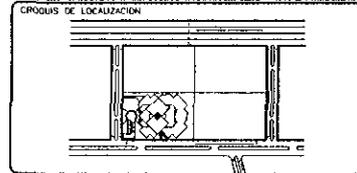


CLAVE
E-S1 PLANO PLANTA ESTRUCTURAL

ESCALA
 1:200
 CUBA
 M15 UBICACION ZEDECO SANTA FE

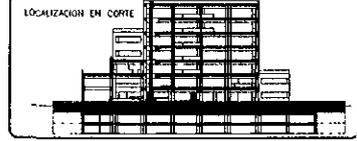





CORTE Y - Y'

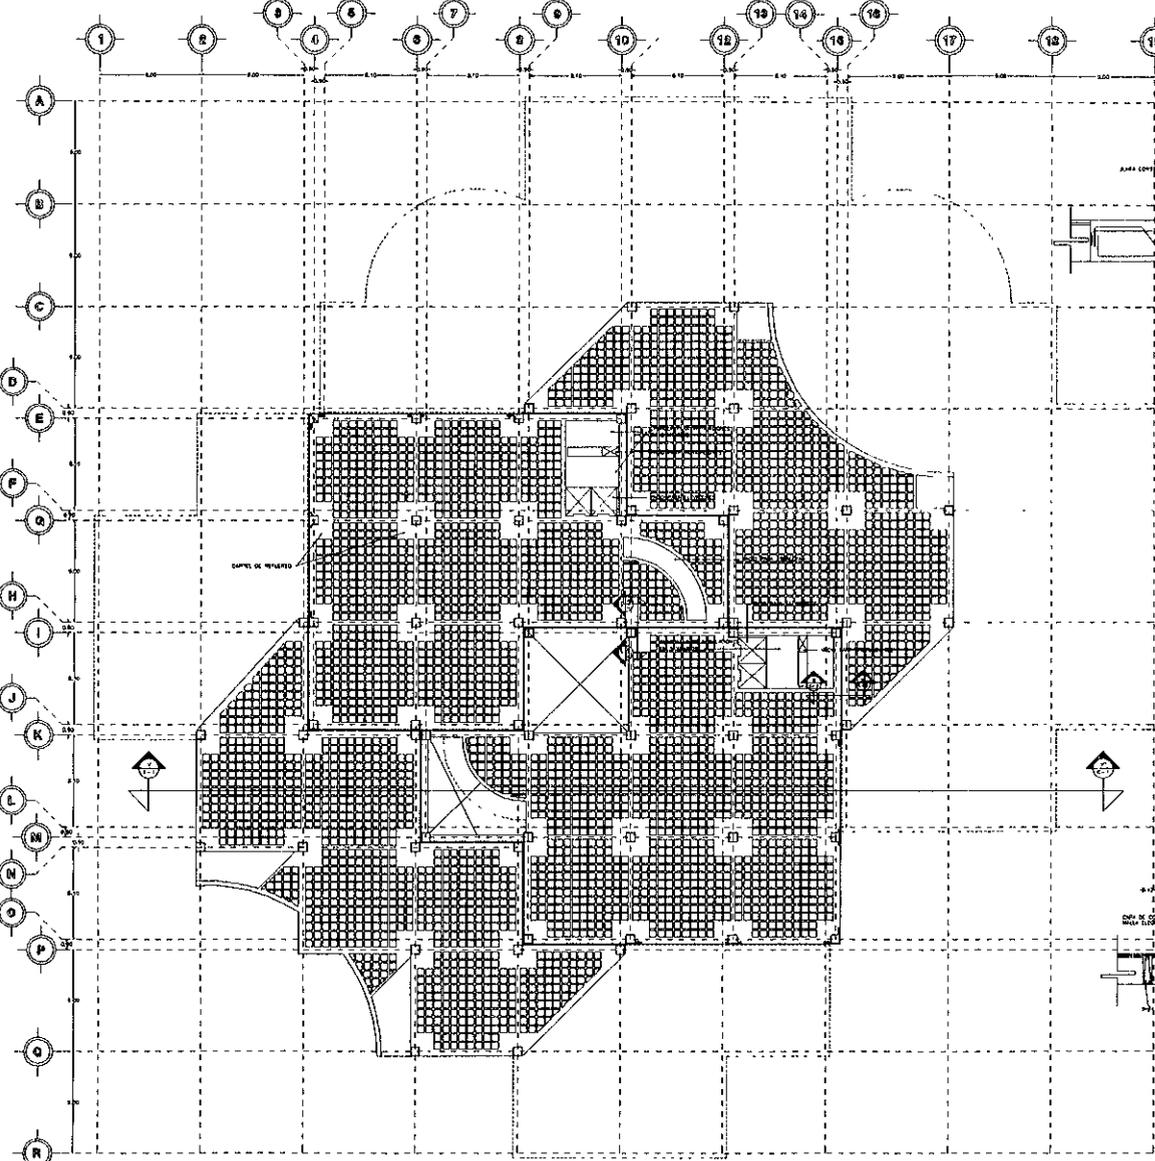



PLANTA ESTRUCTURAL
PLANTA BAJA

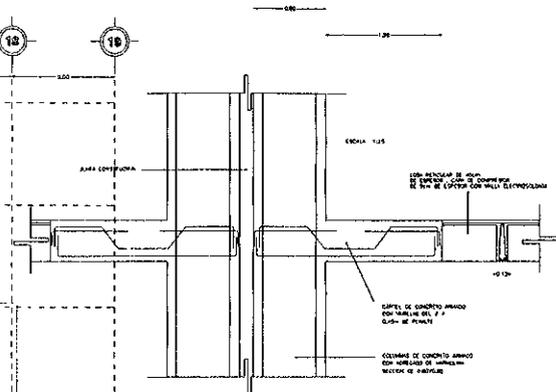

CORTE 1-1'

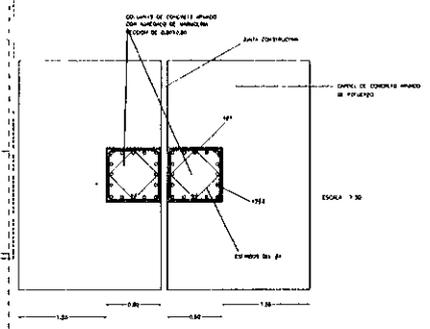

CORTE 2-2'

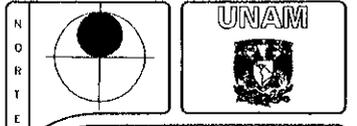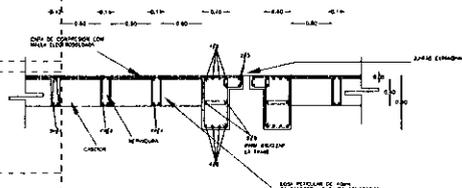

ESPECIFICACIONES

- LAS LAMAS SON DE ORO
- LAS LAMAS DEBEN DE TENER
- LAS LAMAS DEBEN DE TENER
- CUBIERTA DE LA COLUMNA DEBEN DE SER DE CONCRETO ARMADO
- COLUMNA DE CONCRETO ARMADO DEBEN DE SER DE CONCRETO ARMADO

PARA EL CALCULO Y DIMENSIONAMIENTO DE LAS COLUMNAS SE CONSIDERA EL EJE MAS FATIGADO. LAS DIMENSIONES OBTENIDAS SE APLICAN A LOS DEMAS ELEMENTOS PARA ASI UNIFORMIZAR SECCIONES

TEMA


ARO HOMERO MARTINEZ DE HOYOS
ARO RAUL VINCENT JACQUET
ARO JORGE ROJAS CLEMAN

TEBIS PROFESIONAL

CENTRO FINANCIERO

ALUMNO

BENITEZ MARTINEZ ROMAN

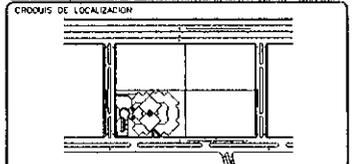

TITULO


PLANO PLANTA ESTRUCTURAL


ESCALA

1:200


OPCION

TEBIS SANTA FE

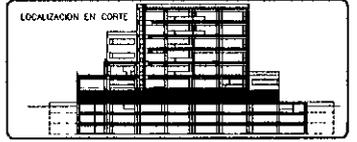


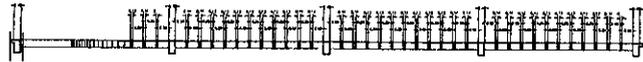


CORTE Y - Y'

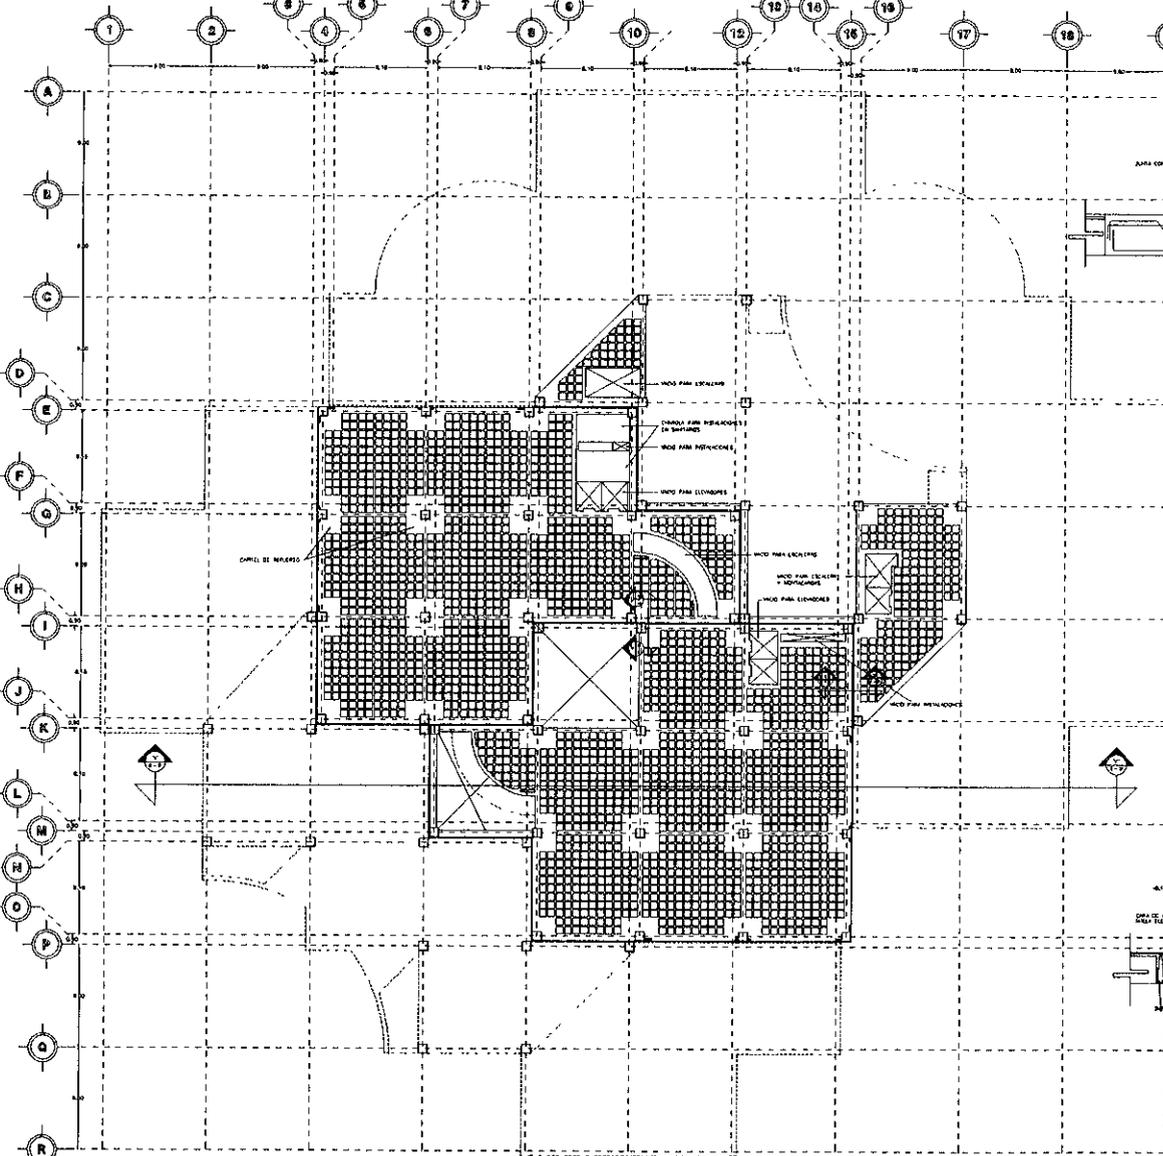


PLANTA ESTRUCTURAL
PRIMER NIVEL

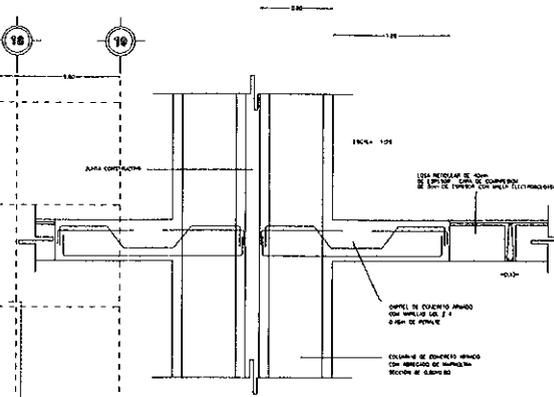

CORTE 1-1'

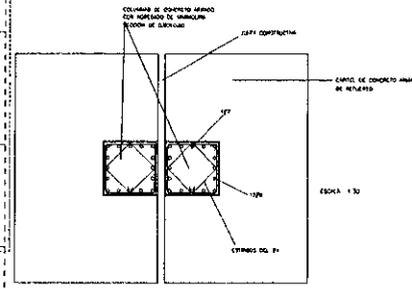


ESCALA 1:30

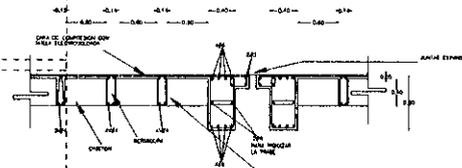

CORTE 2-2'

ESCALA 1:30

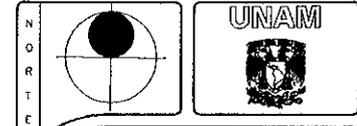

ESPECIFICACIONES

- LAS COLUMNAS DEBEN SER DE CONCRETO ARMADO
- LAS COLUMNAS DEBEN SER DE CONCRETO ARMADO
- LAS COLUMNAS DEBEN SER DE CONCRETO ARMADO


PARA EL CALCULO Y DIMENSIONAMIENTO DE LAS COLUMNAS DE CONCRETO ARMADO CON REINFORZO DE HIERRO SE CONSIDERARON LAS CARGAS OBTENIDAS DE APLICAR A LOS DIFERENTES ELEMENTOS PARA ASI UNIFORMIZAR SECCIONES

TERMINA
 ARQ. HOMERO MARTINEZ DE HOYOS
 ARQ. RAUL VINCENT JACQUET
 ARQ. JORGE ROJAS CEBRIAN

TESIS PROFESIONAL


CENTRO FINANCIERO

ALUMNO
 BENITEZ MARTINEZ ROMAN




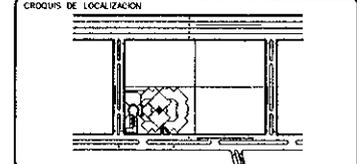


PLANO PLANTA ESTRUCTURAL
 ESCALA 1:200
 UBICACION: ZEDELA SANTA FE
 VIAJES DE QUIMORA ESQUINA CON CALLE D



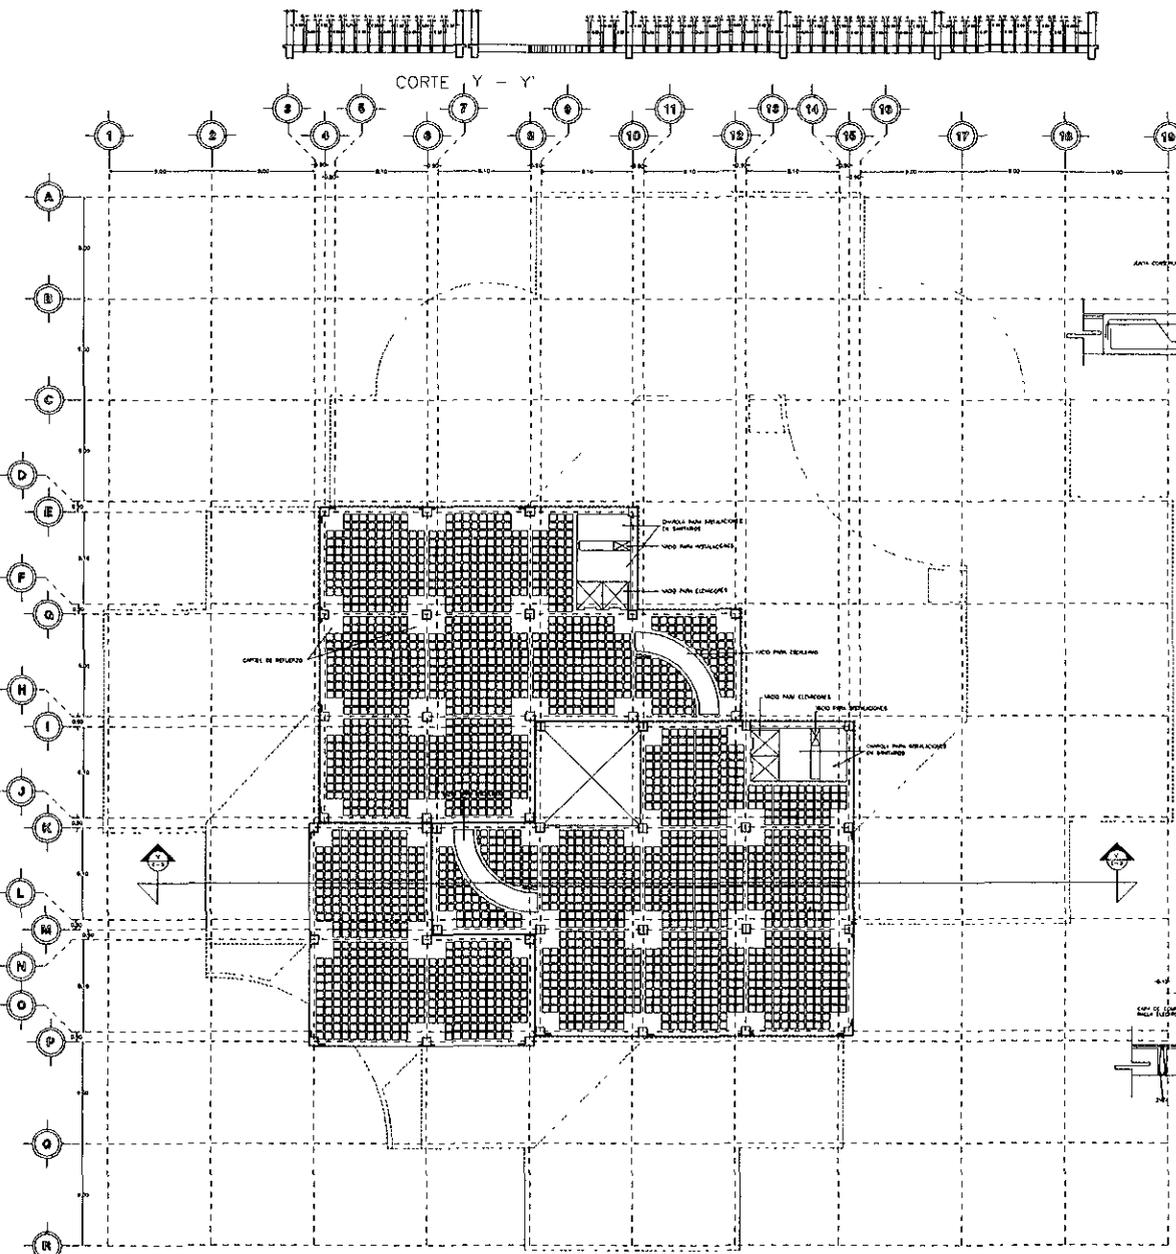

PLANTA ESTRUCTURAL
SEGUNDO NIVEL

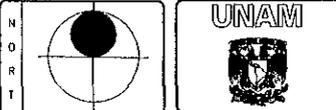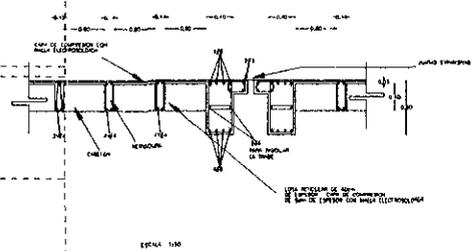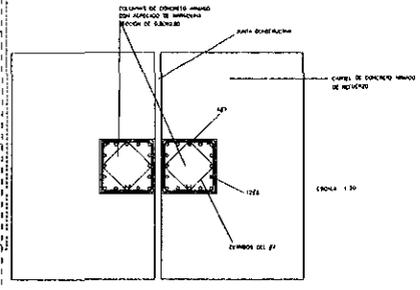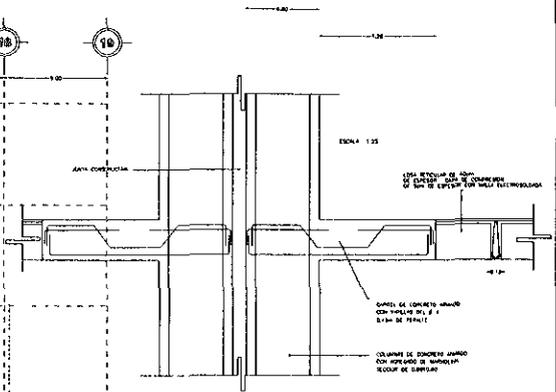

ESPECIFICACIONES.

- LAS COTAS SON EN DECIMOS.
- LAS COTAS ESTAN EN METROS.
- LAS HAZAS ESTAN EN METROS.

COLUMNA DE CONCRETO ARMADO CON HERRAJES DE BARRAS DEL P.
 DE UNIDAD A BARRAS DEL P.
 + COLUMNA DE CONCRETO ARMADO CON HERRAJES DE BARRAS DEL P.
 DE UNIDAD A BARRAS DEL P.

PARA EL CALCULO Y DIMENSIONAMIENTO DE LAS COLUMNAS SE CONSIDERA EL EJE MAS FATIGADO, LAS DIMENSIONES OBTENIDAS SE APLICARON A LOS DEMAS ELEMENTOS PARA ASI UNIFORMIZAR SECCIONES.

TERNA


ARO, HOMERO MARTINEZ DE HOYOS
 ARO, RAUL VINCENT JACQUES
 ARO, JORGE ROJAS CERDAN

TESIS PROFESIONAL

CENTRO FINANCIERO

ALUMNO

BENITEZ MARTINEZ ROMAN

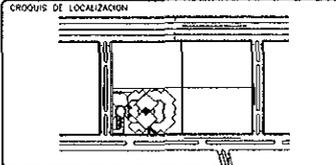

CLAVE

E-3 PLANO PLANTA ESTRUCTURAL


ESCALA

1:200 MTS





DIRECCION: ZEDER SANTA FE

VISTO DE DERECHA ESQUINA CON CALLE O



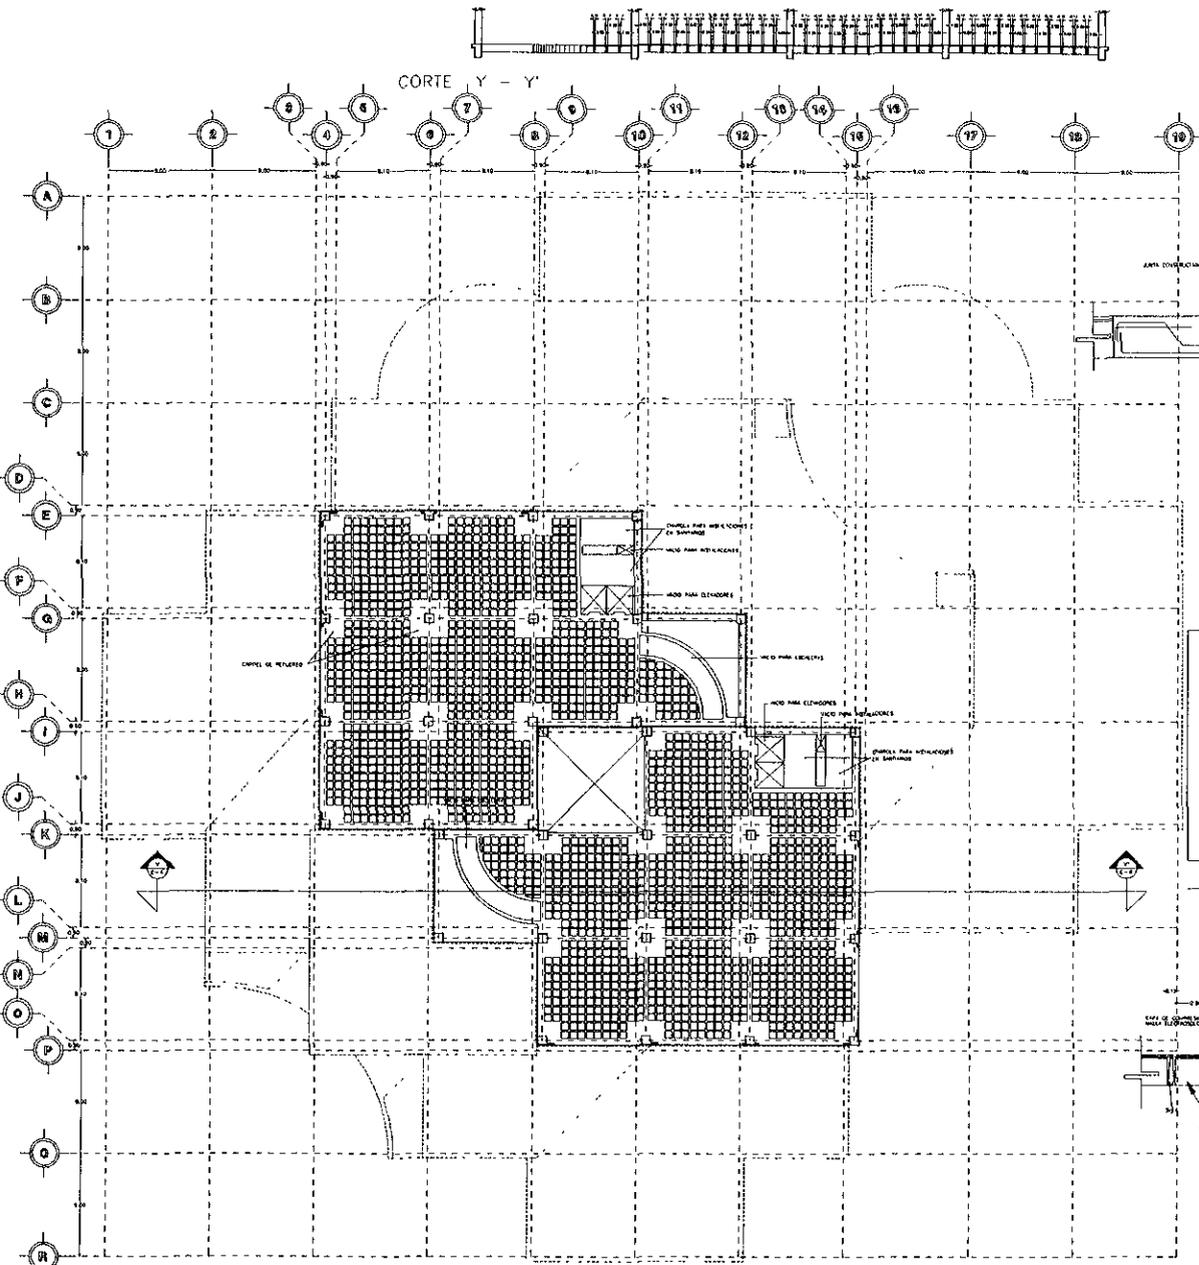

PLANTA ESTRUCTURAL
TERCER NIVEL

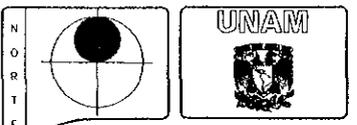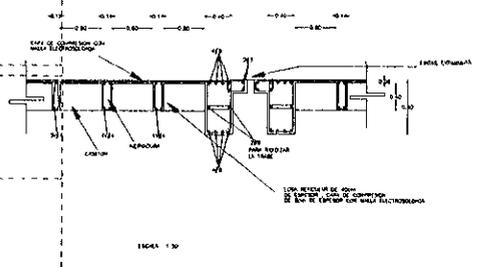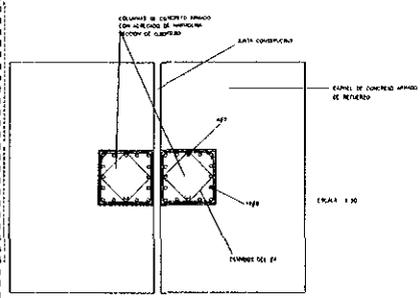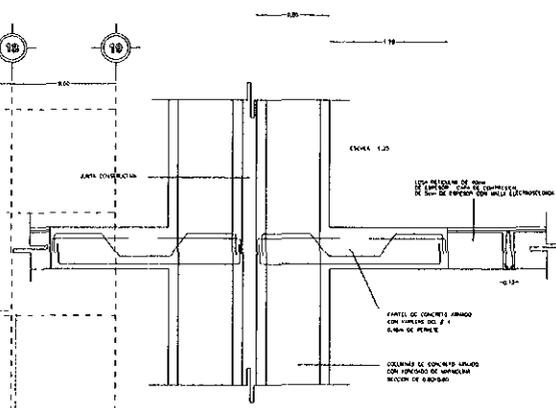

ESPECIFICACIONES

- LAS COLUMNAS DE ACERO
- LAS COLUMNAS DE HORMIGÓN
- LAS BARRAS DE ACERO
- CUBRIMIENTO DE 2.5 CM DE ESPESOR PARA EL REFINADO
- CUBRIMIENTO DE 3.00 CM DE ESPESOR PARA EL REFINADO

PARA EL CÁLCULO Y DIMENSIONAMIENTO DE LAS COLUMNAS SE CONSIDERÓ EL EJE MÁS FATIGADO, LAS DIMENSIONES OBTENIDAS SE APLICARON A LOS DEMÁS ELEMENTOS PARA ASÍ UNIFORMIZAR SECCIONES

FECHA


ARO HOMERO MARTINEZ DE HOYOS
ARO RAUL VICENTE JACQUEM
ARO JORGE ROJAS CEBRIAN

TESIS PROFESIONAL

CENTRO FINANCIERO

ALUMNO

BENITEZ MARTINEZ ROMAN

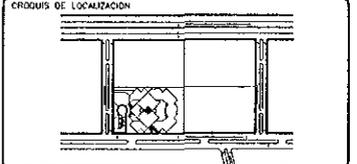

CLAVE
E-4

PLANO
PLANTA ESTRUCTURAL




ESCALA
1:200

COORDENADAS
MIS

LOCALIZACIÓN
ZEDIC SANTA FE

USO
VASCO DE QUIMICA ESCUOLA CON DREAJ



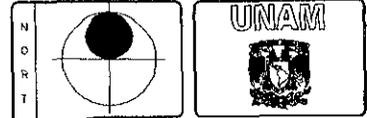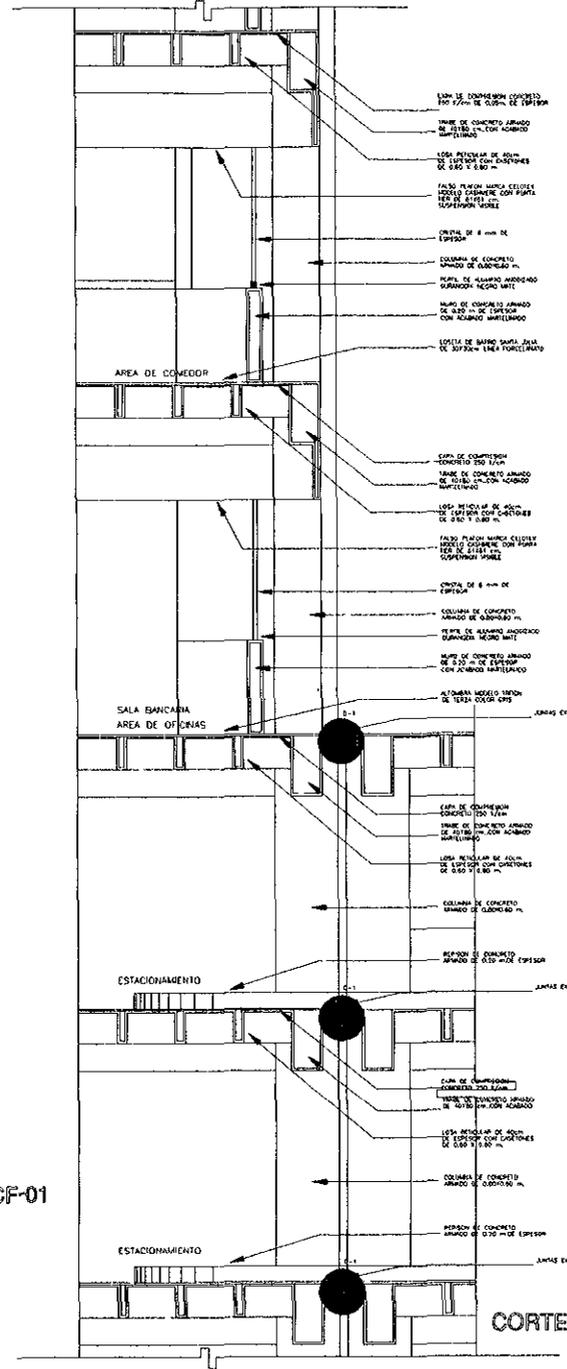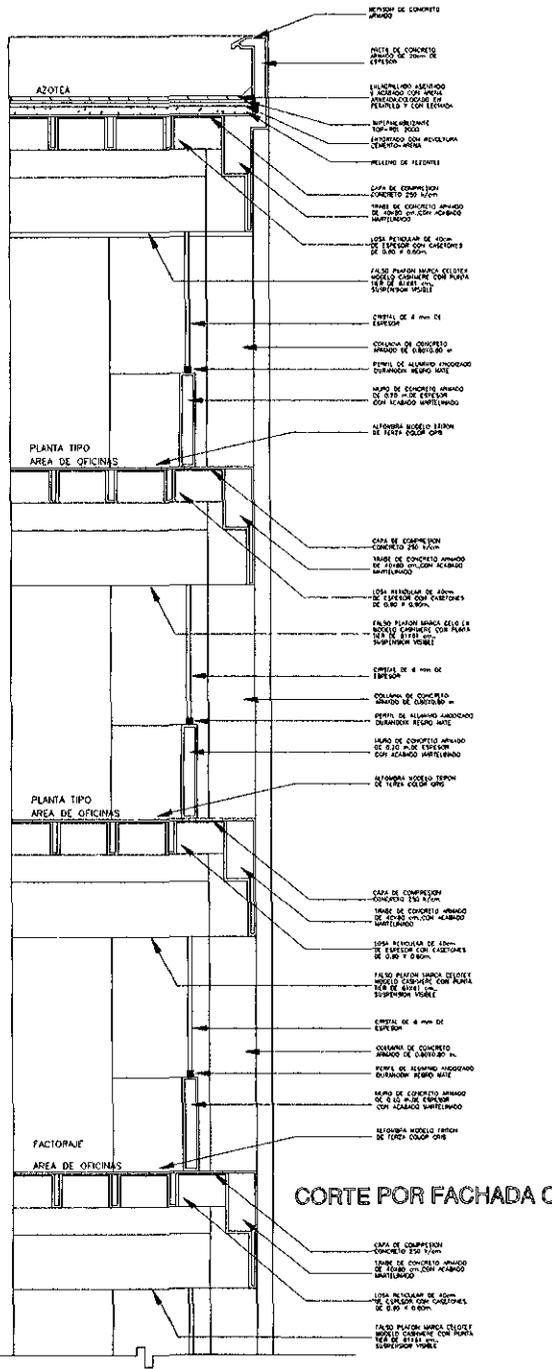

ESPECIFICACIONES

USO: OBRAS PAVES DE CALLES
 - LAS OBRAS ESTAN EN HECHO
 - LOS PLANOS ESTAN EN HECHO


HT - PAVES PARA TERMINOS
 HP - PAVES PAVES
 HB - PAVES BANCAS
 H - PAVES

TERMINAL

ARO HOMERO MARTINEZ DE HOYOS
 ARO PAUL VINCENT JACQUET
 ARO JORGE ROJAS CEBRIAN

TESIS PROFESIONAL

CENTRO FINANCIERO

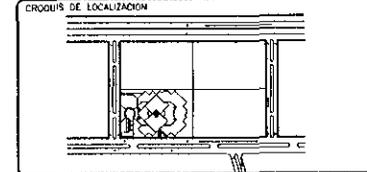

CLAVE CF-2


PLANO CORTES POR FACHADA

ESCALA 1:200


NOTAS

UBICACION ZEDEG SANTA FE

VASCO DE OLIVEIRA (ESQUINA CON CALLE D)

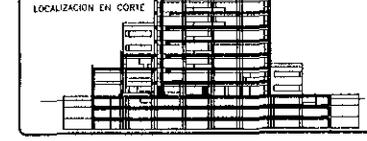


ESCALA GRAFICA

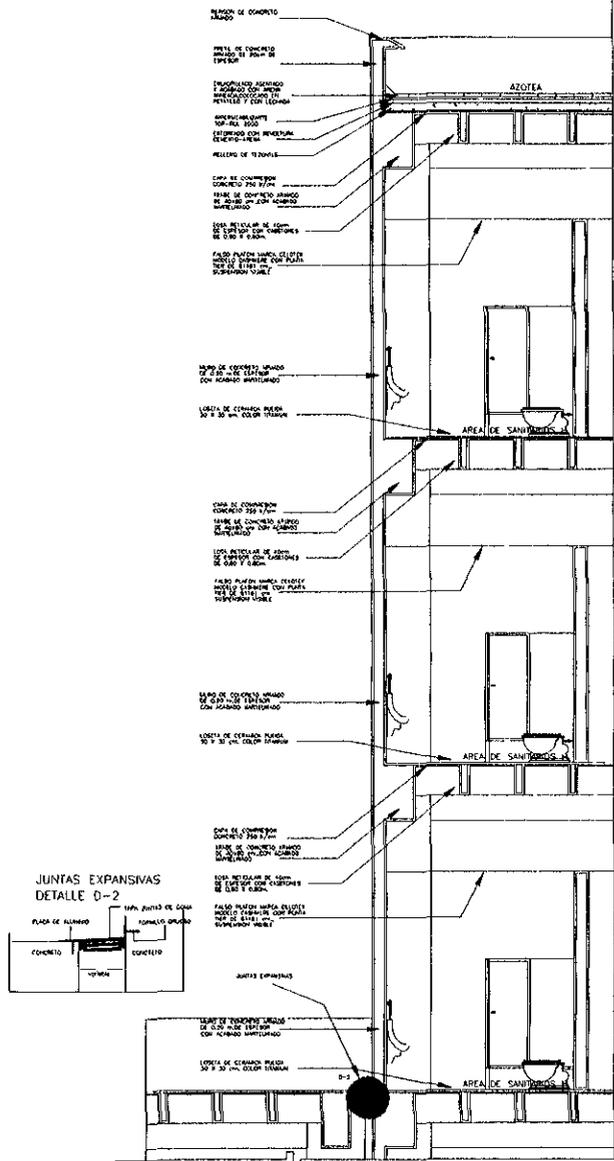


CORTE POR FACHADA CF-03


ANCLAJE DE ESTRUCTURA A COLUMNA
 D-3
 CUBIERTA DE LAMINAS DE POLICARBONATO TRANSLUCIDA RL-80 DE 1"

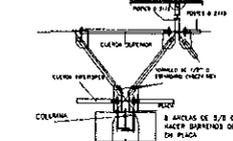

LA ESTRUCTURA ESTARA ANCLADA DE DOS EXTREMOS LOS DEMAS SIMPLEMENTE APOYADA

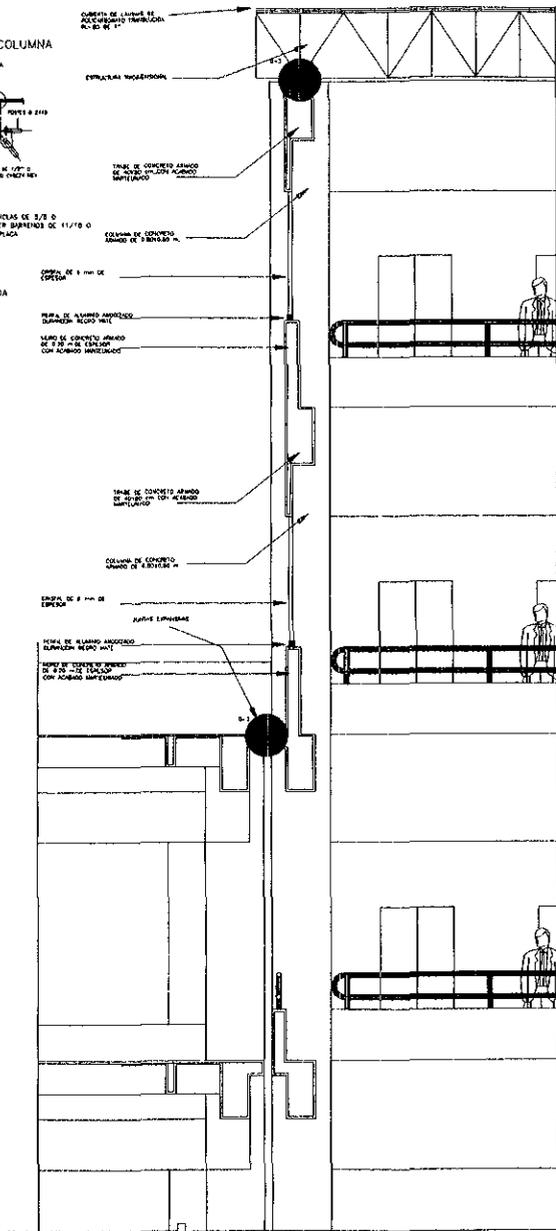

CORTE POR FACHADA CF-04

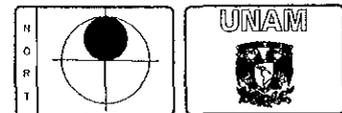

ESPECIFICACIONES

- LITE COLOR NEGRO A. 30x30
- LITE COLOR ESPAN EN INTERIO
- LOS MARCHES ESTAN EN METAL.


MP - PISO PULIDO
 MP - PISO PULIDO
 ME - MARCHES METALICAS
 M - MARCHES

TEMA:
 ARQ. HOMERO MARTINEZ DE MOTOS
 ARQ. RAUL VINCENT JACQUET
 ARQ. JORGE ROJAS CERRAN

TESIS PROFESIONAL

CENTRO FINANCIERO


ALUMNO
 BEMITEZ MARTINEZ ROMAN

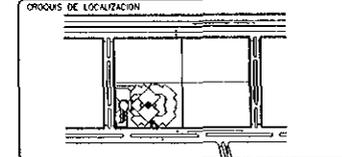

PLANO
 CORTES POR FACHADA



CF-1

TEMA
 COORDINADOR: ZEBEC SANTA FE
 250 MTS
 DIRECCION: VARRIO DE OQUINDA ESQUINA CON CALLE 9



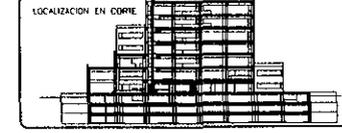


ESCALA GRUPELA
 MAYO 1996


DETALLES DE PUERTAS DE MADERA

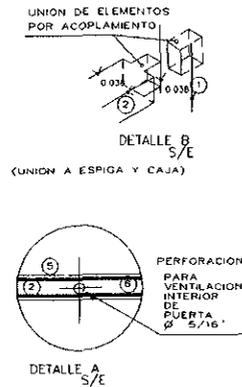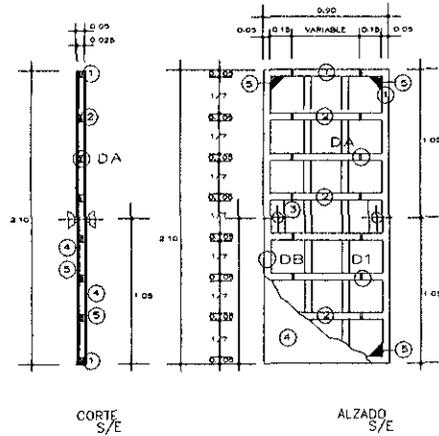

DETALLE DE MARCO TÍPICO PARA PUERTA DE MADERA MEDIO CAJON

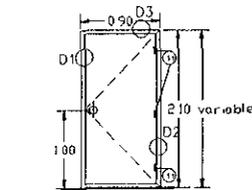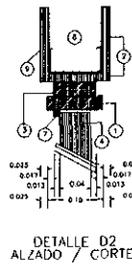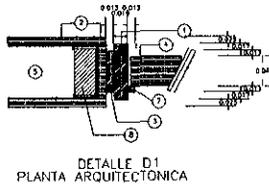


DETALLE DE REFUERZO EN MURO TABLAROCA PARA PUERTAS

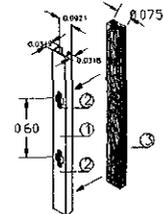

SIMBOLOGIA Y CLAVES


- SIMBOLOGIA Y CLAVES
- 1-POSTE METALICO DE LAMINA GALVANIZADA OLE 30x3 "PRINCIPAL" PROTEGIDO EN SUS EXTREMOS DE UN CLAVADO AL TIPO PUEBLO EN LA DIRECCION DE LOS TORNILLOS QUE SE USARAN PARA LA FIJACION DE LA TABLAROCA.
 - 2-ASEQUIJA EN POSTE METALICO PARA RECIBIR LAS CANALES DE REFUERZO.
 - 3-TIRA DE MADERA DE PINO DE 1 1/2" x 2" x 1/2" PARA REFUERZO DE PUERTAS.

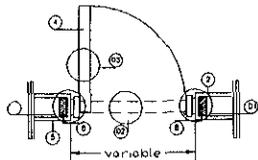

SIMBOLOGIA Y CLAVES

- SIMBOLOGIA Y CLAVES
- 1-CERCO DE MADERA DE PRIMERA DE 3/4" x 4"
 - 2-ACABADO EN VERO
 - 3-EMPICALE O BRISA ALMENDROS 1200M TIRA DE MADERA DE 1/2" x 2 1/2"
 - 4-PUERTA DE MADERA BASTIDOR DE 1" Y EGOSO UNILAY DE 8MM DE ESPESOR ANDOS CAROS
 - 5-MURO DE CONCRETO O TABLAROCA
 - 6-CERRAMIENTO DE CONCRETO O DE TABLAROCA
 - 7-BATENTE SOBRE PUERTO DE MADERA DE PRIMER DE 1/2" x 1/2"
 - 8-REFUERZO EN MURO DE TABLAROCA DE MADERA DE PINO DE 1/2" x 1/2" x 1/2"

DETALLE DE MAMPARAS DE BAÑO

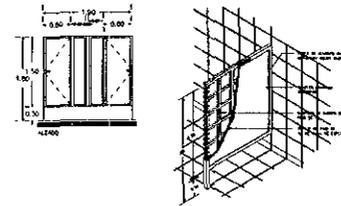


ESPECIFICACIONES PARA MAMPARAS EN BAÑOS

MAMPARA PARA BAÑO TIPO "PORCEWIC" ELABORADA A BASE DE BASTIDOR DE MADERA DE PINO DE 1x2 Y FORRADA CON MOLAY DE 6MM DE ESP. POR AMBAS CARAS ACABADAS CON PLASTICO LAMINADO TIPO WILSONIANI Y HERRILES DE ALUMINO ANODIZADO DURANODOK COLOR NEGRO EL COLOR DEL PLASTICO LAMINADO EN EL SANITARIO DE HOMBRERAS SERA LAP 5 BLUE D 417-B E ISLAND SKY D 415-B EN EL SANITARIO DE MUJERES.

N D R T E	
Especificaciones	
<ul style="list-style-type: none"> - 100 ODMH RACHA 100000 - 100 ODMH RACHA 100000 - 100 ODMH RACHA 100000 	
<p>MTS: MUEL POCO LAMINADO</p> <p>MTS: MUEL POCO LAMINADO</p> <p>MTS: MUEL POCO LAMINADO</p> <p>MTS: MUEL POCO LAMINADO</p>	
<p>TERNA:</p> <p>ARO HOMERO MARTINEZ DE HOYOS</p> <p>ARO RAUL VINCENT JACOBET</p> <p>ARO JORGE FLORES CEBRIAN</p>	
<p>TEGIS PROFESIONAL</p>	





CENTRO FINANCIERO

ALUMNO	BENITEZ MARTINEZ ROMAN		
CROQUIS DE LOCALIZACION			
CLAVE	PLANO	DETALLES	
D-2			
ESCALA	COPIAS	LOCALIDAD	ZEDECO SANTA FE
1:50	MTS	VASCO DE OMBROSA ESQUINA CON CALLE D	
LOCALIZACION EN CORTE			

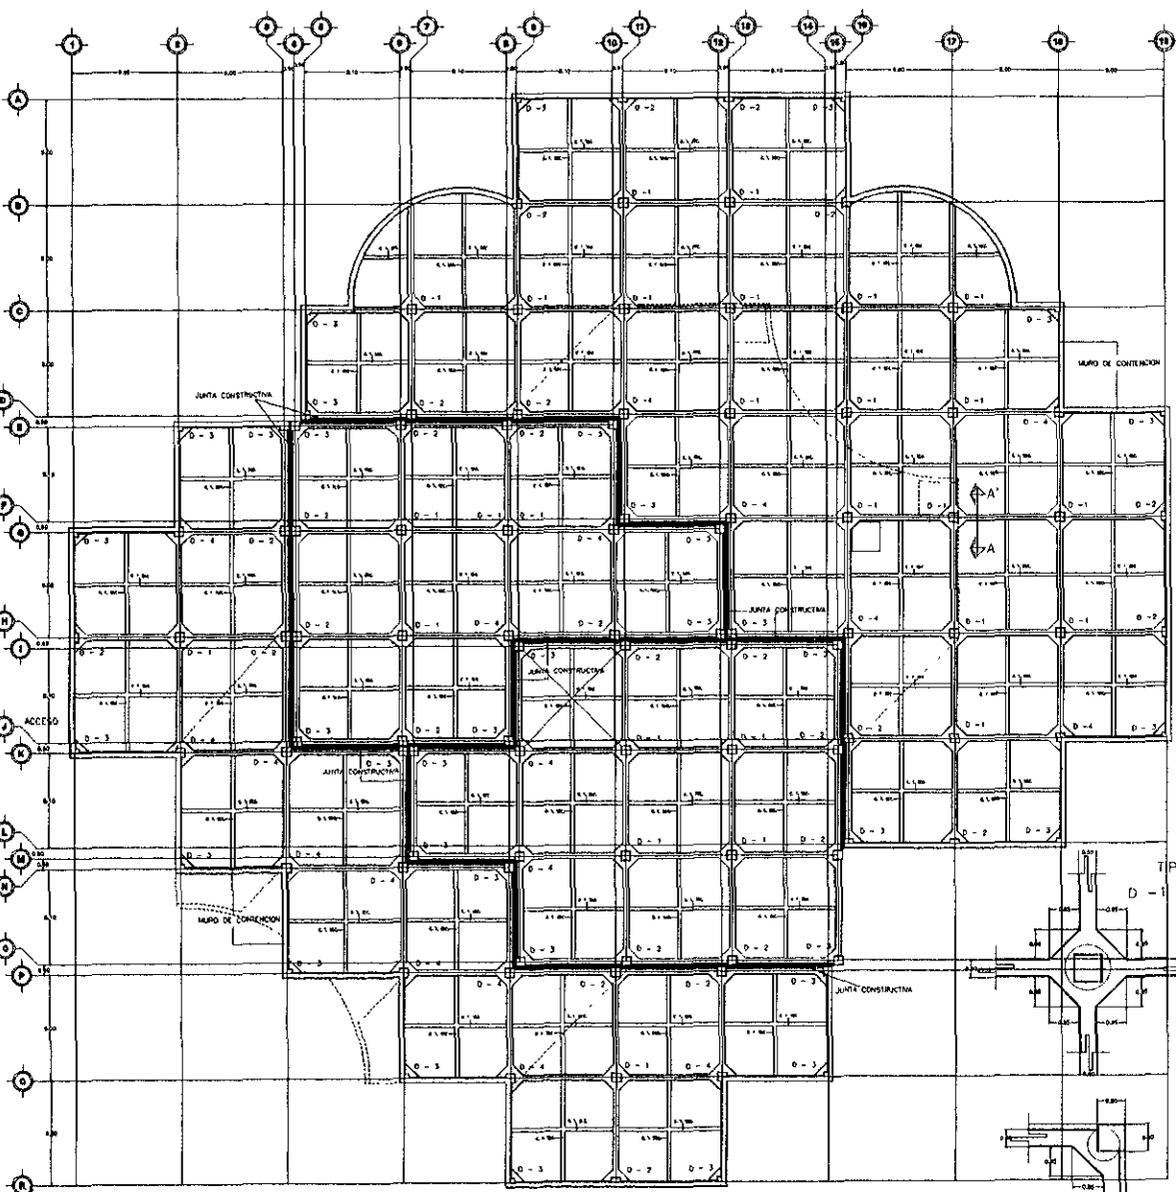

PLANTA DE CIMENTACION

TERRENO UBICADO ENTRE LA CALLE DYE DE LA ZEDEC-SAN RAFAEL)

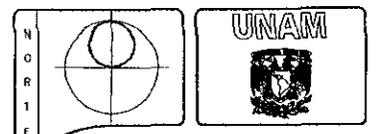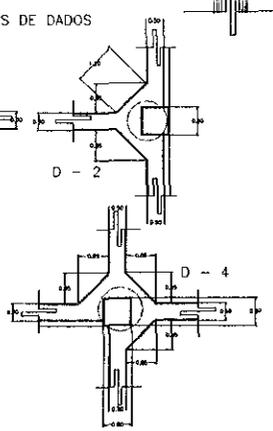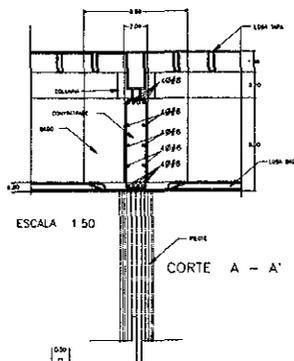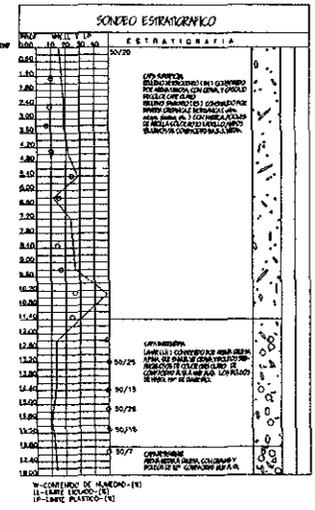

ESPECIFICACIONES

- UN OTRA VISTA AL DIBUJO.
- UN OTRA LEYENDA DE SIMBOLOS.
- LOS MAGNITUD EN METROS.
- MP - MUEL PISO TERMINADO
- MP - MUEL PISO EN OBRA
- MB - MUEL BARRERA
- M - MUEL


- EL CONCRETO QUE SE UTILIZARA SERA (C= 280 Kg/cm²)
- EL ACERO ES DE GRADO OJRO (F= 4200 Kg/cm²) PARA ESTRUCTURAS DE CONCRETO
- EL ACERO ES A-36 (F= 2850 Kg/cm²) PARA ESTRUCTURAS DE ACERO

TERRA
 ARO HOMER MARTINEZ DE HOYOS
 ARO RAUL VICENT JACQUEI
 ARO JORGE ROJAS CEBRIAN

TESIS PROFESIONAL

CENTRO FINANCIERO

ALUMNO
 BONITZ MARTINEZ ROMAN

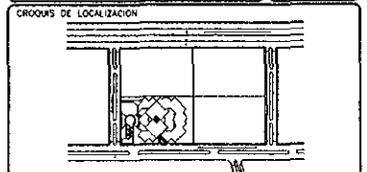


CLASE
A-8

PLANO
 PLANTA DE ORIENTACION


ESCALA
 1:200

POSICION
 ZEDEC SANTA FE


UBICACION
 VASCO DE GUERRA ESQUINA CON CALLE D

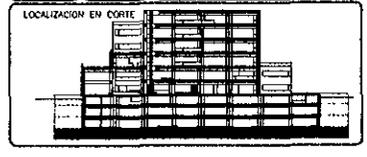


ESCALA GRAFICA
 MAYO 1984

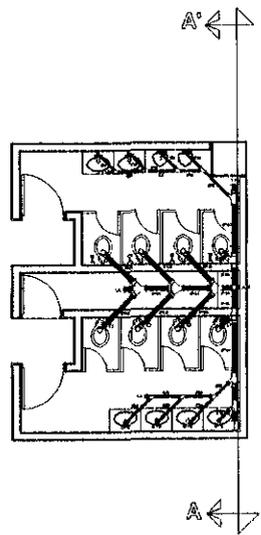

NUCLEO DE SANITARIOS
INSTALACIÓN SANITARIA
EBC: 1:80

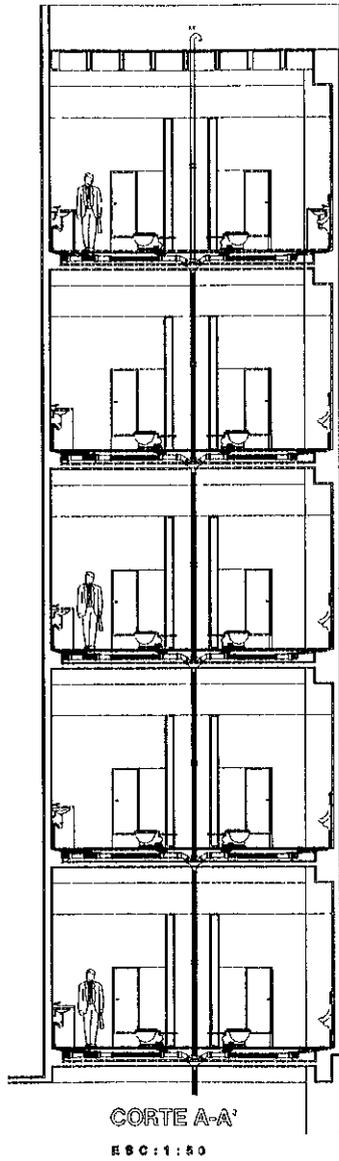


CORTE A-A'
EBC: 1:80

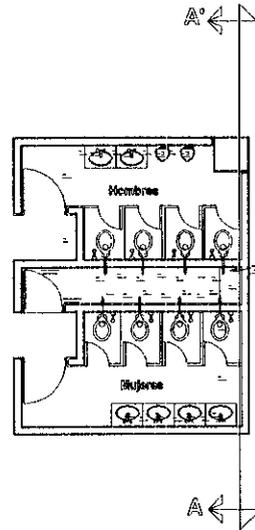

NUCLEO DE SANITARIOS
INSTALACION HIDRAULICA
EBC: 1:80

INSTALACION HIDROSANITARIA
EN BLOQUE DE BAÑOS

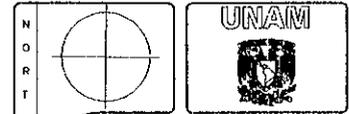

ESPECIFICACIONES

SIMBOLOGIA


TV	TUBO VENTILADOR
B.C.A.F	BALSA COLUANA AGUA FRIA
S.C.A.F	SAREE COLUANA AGUA FRIA
Fo Fo	FUERTE FUNDIDO
DL	COBRE
CC	CESPU COLADERA
	TUBERIA DE AGUA FRIA
CI	CODO DE 90 HACIA ARRIBA
CI	CODO DE 90 HACIA ABAJO
TDI	TEE CON SALIDA HACIA ARRIBA
TDI	TEE CON SALIDA HACIA ABAJO
J	JUNTA DE CODO HACIA ARRIBA CON DERIVACION
	VALVULA DE CIERRE

TERNA

ARO HOMERO MARTINEZ DE HOYOS
ARO RAUL VINCENTI JACZIET
ARO JORGE ROJAS CEBRIAN

TESIS PROFESIONAL

CENTRO FINANCIERO


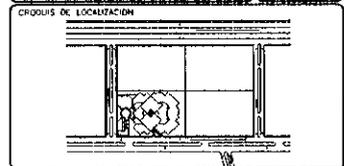


ETAPA	PLANO	INSTALACION SANITARIA EN BLOQUE DE BAÑOS
NO. 1	NO. 1	CONFECCION DE BLOQUE DE BAÑOS
1 SC	NO. 1	TRAZO DE OBRERA ESCALA CON CALLE 0

LOCALIZACION EN CORTE



MAYO 1996

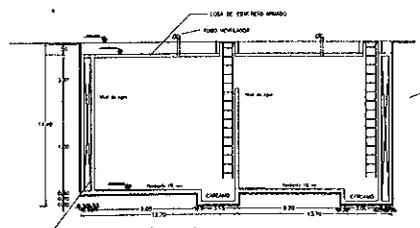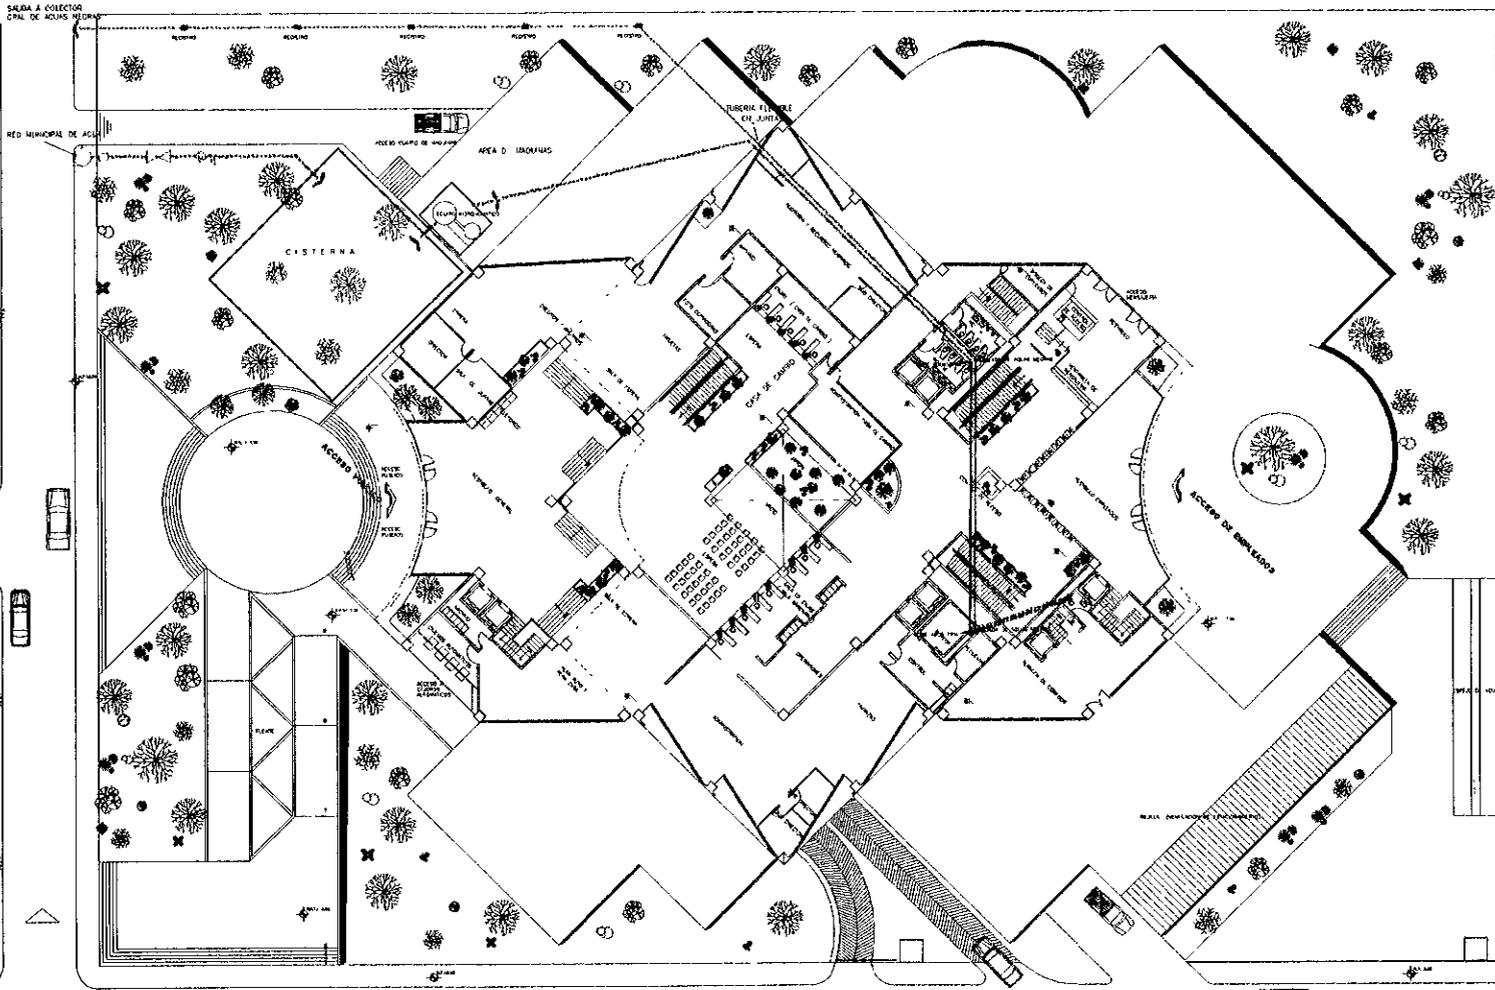

Cisterna
 EBB.1180

DISTRIBUCION DE AGUA Y DRENAJE

N
O
P
T
E

ESPECIFICACIONES SIMBOLOGIA


S.C.A.F.	SUBE COLUMNA AGUA FRIA
S.C.A.C.	SUBE COLUMNA AGUA CALIENTE
P.A.C.	RETORNO AGUA CALIENTE
B.A.N.	BAJADA DE AGUAS NEGRAS
C.V.	COLUMNA DE VENTILACION GENERAL
B.A.P.	BAJADA DE AGUAS PLUVIALES
	TUBERIA DE AGUA FRIA
	TUBERIA DE DESAGUE AGUAS HIEBRAS

TERNA
 ARO HOMERO MARTINEZ DE HOYOS
 ARO RAUL VINCENT JACQUET
 ARO JORGE ROJAS CEBIANI

TESIS PROFESIONAL

CENTRO FINANCIERO

ALUMNO
BENITEZ MARTINEZ ROMAN

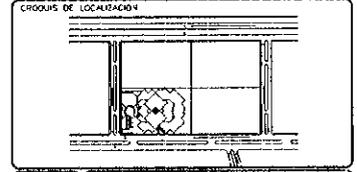

PLANO
 DISTRIBUCION DE AGUA FRIA Y AGUAS INTERIAS

ESCALA
 1:200

UBICACION
 ZEDECO SANTA FE
 VASCO DE GAMAQUA ESQUINA CON CALLE D



COPIA OFICIA

8/10/1986