

870103

8-3

2-9'

~~ARQ. RAÚL MENDOZA RIVERA~~

Diseñador en la Escuela de Arquitectura  
de la Universidad Autónoma  
de Querétaro.

~~ARQ. RAÚL MENDOZA RIVERA~~  
~~PRESIDENTE DE LA COMISION~~  
~~REVISORA DE TESIS~~

A mis padres, hermanos y amigos...



...señoriz, Armando.



## **UNAM – Dirección General de Bibliotecas Tesis Digitales Restricciones de uso**

### **DERECHOS RESERVADOS © PROHIBIDA SU REPRODUCCIÓN TOTAL O PARCIAL**

Todo el material contenido en esta tesis está protegido por la Ley Federal del Derecho de Autor (LFDA) de los Estados Unidos Mexicanos (México).

El uso de imágenes, fragmentos de videos, y demás material que sea objeto de protección de los derechos de autor, será exclusivamente para fines educativos e informativos y deberá citar la fuente donde la obtuvo mencionando el autor o autores. Cualquier uso distinto como el lucro, reproducción, edición o modificación, será perseguido y sancionado por el respectivo titular de los Derechos de Autor.

# **TESIS CON FALLA DE ORIGEN**

# INDICE

- introducción

- objetivos

- requisitos formales

- análisis de los factores socio-culturales

- necesidad social

- análisis de la institución

- antecedentes históricos

- tipología distributiva

- tipología funcional

- tipología espacial

- análisis del usuario

- clasificación del usuario

- aspectos estadísticos

## conclusiones

- genero del edificio
- capacidad

## • requisitos ambientales

### análisis del medio físico

- situación geográfica del terreno
- ubicación del terreno en la zona
- preexistencias
- infraestructura
- dimensiones del terreno
- niveles del terreno
- constitución geológica

### el clima

- asoleamiento y temperatura
- precipitación pluvial, vientos y humedad
- conclusiones

- requisitos técnicos y legales

análisis de los aspectos técnicos

- mts. y sst. const. empleados
- inst. necesarias
- conclusiones
- consideraciones sobre instalaciones
- requisitos legales

- requisitos funcionales

análisis de actividades

conclusiones

árbol del sistema de los espacios

diagrama de relaciones

diagrama de flujos

- requisitos del sistema

patrones de diseño

- proposicion arquitectonica  
postura de diseño  
conceptos de diseño
- bibliografía

# INTRODUCCION

se considera que la civilización  
del objeto y del signo es más  
vasta y compleja que la palabra  
escrita.

Enrico Tedeschi

el arte es la mayor expresión de la cultura, es la forma de hacerse sentir y realizar del hombre de acuerdo con su época, considerándose como una actividad estética general en cuanto a que sea realizada mediante una técnica como es: la pintura, escultura, teatro, música, etc..

Galería de arte, medio de difusión artística que nos da la oportunidad de mostrar al público las obras que en el medio y fuera de él se producen, ayudando al intercambio artístico con el propósito de mejorar el nivel cultural.

En el presente trabajo se plantea la solución de una galería de arte en la col. de Guadalupe, Jal., presentando en la fase de investigación el análisis de requisitos formales, ambientales, técnicos, legales y funcionales para alcanzar la parte conceptual que nos dará la pauta para la solución arquitectónica.

La finalidad que se persigue en el presente análisis no es examinar exhaustivamente cada uno de estos puntos tal como se lleva a cabo en los cursos y textos, sino valorarlos; situarlos conceptualmente en relación con el resultado final, que es el proyecto arquitectónico.

A.G.S.

## OBJETIVOS :

la realización de una galería tiene como objetivos :

- estimular y acrecentar el trabajo y prestigio de los artistas solidos otorgándoles relación y promoción dentro y fuera de la comunidad, procurando la venta y el descubrimiento de nuevos valores.
- crear un entorno físico espacial que cumpla y satisfaga las necesidades de exposición de obras de arte en general, así como de desarrollar los diferentes servicios de soporte que ésta requiere, como: sala de conferencias, cafetería y demás servicios generales.

# 1. REQUISITOS FORMALES

## 1.1 ANALISIS DE LOS FACTORES SOCIO-CULTURALES:

### NECESIDAD SOCIAL:

siendo Guadalajara la 2da col. en importancia del país, resulta insuficiente e inadecuada el numero de instituciones de difusión artística que cumplen debidamente con los requisitos que satisfagan sus necesidades, siendo en su mayoría edificios que no han sido diseñados para exposiciones teniéndose estos que adaptar.

## ANALISIS DE LA INSTITUCION :

el hombre desde la antiguedad se ha interesado por el arte y en su afán por preservarlo fue formando el hábito de coleccionar obras de valor artístico las que exhibía particularmente en sus palacios y templos; posteriormente este concepto cambió y los antiguos palacios y templos se convirtieron en lugares de exposición pública dandoles el nombre de museos o galerías.

No fue sino hasta el siglo XVI cuando se construyó un edificio específicamente destinado a exhibir obras de arte de la época, dando como primer modelo el impuesto por la pinacoteca de Arte antiguo de Munich, que consistía en un edificio rectangular alargado con una circulación lineal e iluminación lateral.



Pinacoteca de Munich



el concepto ha ido evolucionando de acuerdo a las necesidades y a la época en que han sido concebidos, llegando a ser en la actualidad un diseño más libre con espacios universales dando la opción de cambiar el diseño del recorrido al gusto del diseñador o de las exigencias de la exposición.

En los últimos años, el arte se ha comercializado dando lugar a la creación de una nueva tipología de edificio, dándole el nombre de Galería el lugar donde además de exhibir las obras pueden ser adquiridas por el público.

## ANTECEDENTES HISTÓRICOS:

Staatsgalerie; Stuttgart, Alemania / James Stirling


## tipología distributiva:

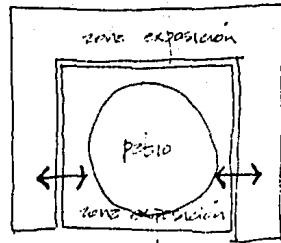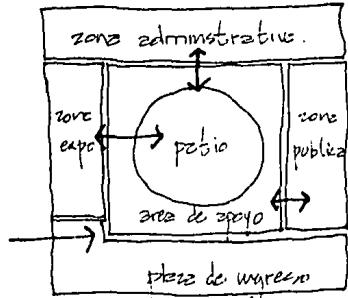

- planteo claustral
- p. baja
- trama: superposición focal en regular
- articulación de espacios

p. alta

• tipología funcional:

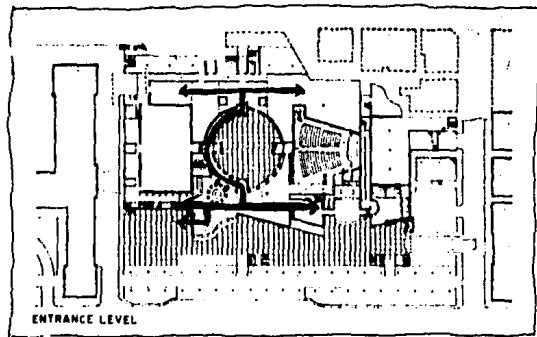


ENTRANCE LEVEL

p. b6z

- circulación formada linealmente sobre circulación cruzada / coherente, con la organización geométrica del edificio.


p. 262a

• tipología formal:

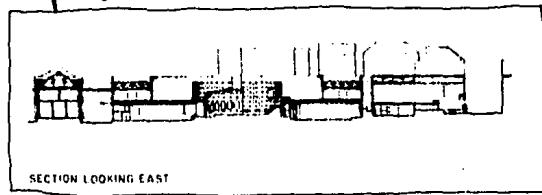

SECTION LOOKING EAST


- configuración compleja con el equilibrio de formas puras
- mass sobre veno

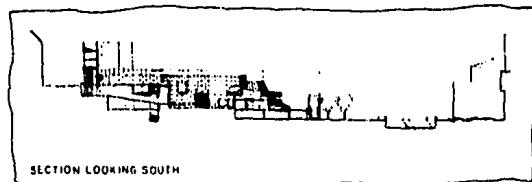


SECTION LOOKING SOUTH

- forma interior, concuerante con la forma exterior.
- ambigüedad en las formas.


## • tipología espacial :

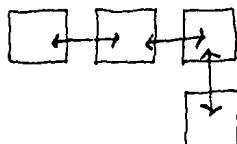

- la comunicación espacial a través de ellos mismos

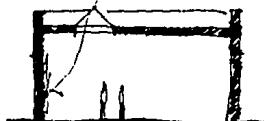

- espacios cerrados con iluminación artificial.

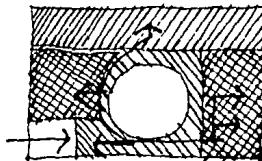

- organización espacial centralizada
- espacios generales vinculados uno a través del otro.
- espacio central como espacio abierto, no como generador de luz ni distribuidor.

## ANALISIS DEL USUARIO :

"el estudio de como viven y prefieren vivir los hombres en un momento determinado es un dato de mucho valor para la elaboración de los datos arquitectónicos. Pero si este dato se cambia por una idea abstracta de la imaginación del mismo Arquitecto determinando como debe vivir el hombre en los edificios, el resultado sería negativo lo que llevaría al fracaso a la obra arquitectónica."

Haciendo una clasificación de los usuarios en una Galería tendremos básicamente 2 grupos: usuarios permanentes y visitantes.

· permanentes: con los que se encargan de la administración, mantenimiento y control de la galería.

· visitantes: con las personas interesadas en observar y adquirir las obras que ahí se exponen.

Estos usuarios estarán clasificados en un nivel socio-

cultural medio alto y alto, consideradas con cierto grado de cultura que les permite apreciar y comprender cualquier obra artística.

• clasificación del usuario :

USUARIO

ACTIVIDAD

permanentes:

: director y administrador ——————

llega al edificio  
controla y administra la galería  
necesidades fisiológicas

: secretarías ——————

llega al edificio  
ayuda al director en sus funciones  
neo-fisiológicas

- personas de información —
  - llega al edificio
  - realiza actos. de información al visitante
  - nec. fisiológicas.
- empleado de mostrador —
  - llega al edificio
  - realiza actos. de venta en la tienda
  - nec. fisiológicas
- vigilantes —
  - llega al edificio
  - realiza actos. de seguridad y vigilancia.
  - nec. fisiológicas.
- encargado de cafetería —
  - llega al edificio
  - realiza actos. de preparación y servicio de alimentos
  - nec. fisiológicas.

• mesero —

- ✓ llega al edificio
- ✓ realiza actos. de atención  
y servicio de alimentación  
a visitantes.
- ✓ nec. fisiológicas.

• personal de servicio —

- ✓ llega al edificio
- ✓ realiza actos. de limpieza
- ✓ nec. fisiológicas.

visitantes :

• visitas —

- ✓ personas que asisten a la exposición,
- ✓ ingresan a la galería,
- ✓ piden informes,
- ✓ recorren la exposición,
- ✓ ven audiovisuales,
- ✓ nec. fisiológicas

• aspectos estadísticos:

en la cd. de Guadalajara existen varios lugares que son utilizados para realizar exposiciones, los cuales se detallan a continuación mencionando; además, el n° de exposiciones que se han realizado.

lugar de exposición	nº de exposiciones	
	de Enero a Junio 05	de Julio a Dic. 05
Aeropuerto "Miguel Hidalgo"	03	03
Alianza Francesa	03	04
Bib. del I.C.S. H	-	01
Bib. Pub. del Estado	-	01
Cámara de Comercio de Guad.	-	01
Casa de la Cultura Jalisciense	08	08
Casa de los Colomos	14	06
Casa Museo de Guadalajara	06	04
Centro de Arte Moderno	01	en construcción
Centro Cult. Banca Promex	02	
Centro Mpol. de Zapopan	05	

Colegio de Ing. Civiles

CREA

El Kiosko

Ex-convento del Carmen

Galería Arconte

Galería Awl

Galería Excedra

Galería Clave

Galería Gabriel Flores

Galería Jorge Míez.

Galería del Bosque

Galería Leandro Valle 1120

Galería Magritte

Galería Marchand

Galería Mpd. Torres Bodet

Galería Nicéforo Nievergelt

Galería Varia

Hotel Country Plaza

Hotel Fiesta Americana

Instituto Alemán

03

05

01

15

01

06

01

04

04

02

-

-

07

02

15

01

-

01

02

07

17

01

05

-

03

-

06

-

06

05

04

01

01

06

02

08

-

01

-

03

-

Instituto Cultural Cabániz	
Inst. Cult. Anglo - Mexicano	
Inst. Cult. Anglo- Noteam.	
ISSSTE	
Lz Puerta	
Jardín de Arte Agua Azul	
Morelos 86	
Museo Regional de Guad.	
Museo de Arqueología de Oaxte.	
Pérez Cuicacalli	
Solón Guadalajara del Auto.	
Teatro Degollado, mezanine	
U. de G. (varios)	

17	15
04	02
17	12
01	-
05	-
-	01
-	01
12	09
-	04
02	-
05	04
05	05
03	01

• datos tomados del archivo Magdalena Garaballo.

Como se observó existen un sinúmero de actividades de exposición artística durante todo el año en la cd. de Guadalupe, pero en su mayoría son exposiciones realizadas en edificios alquilerados provisionalmente, por lo que se justifica la necesidad de contar con un edificio diseñado específicamente para este tipo de actividades.

## 1.2 CONCLUSIONES

### • GENERO DEL EDIFICIO :

el genero del edificio es cultural

tipología → galería de arte

### • CAPACIDAD :

tomando en cuenta que en una Galería no se puede determinar el n° exacto de usuarios por no ser permanentes, lo más razonable sería calcular el n° aproximado de wedros y esculturas que en ella se pueden exhibir.

tenemos como requisito  $700\text{ m}^2$  de área de exposición de los wedros la tercera parte ( $230\text{ m}^2$ ) se destinarán a esculturas y las otras dos terceras partes restantes ( $470\text{ m}^2$ ) en wedros.

superficie por wedro :  $3-5\text{ m}^2$  → 80 pinturas  
superficie por esculturas:  $6-10\text{ m}^2$  → 23 esculturas

## 2. REQUISITOS AMBIENTALES

### 2.1 ANALISIS DEL MEDIO FISICO

#### a. EL TERRENO


• situación geográfica:

Guanajuato se encuentra en la zona occidental de la República Mexicana, siendo la capital del estado de Guanajuato, con una altitud sobre el nivel del mar de 1532 mts. Su temperatura promedio es de 22°C y una temporada de lluvias de Julio a Septiembre.

Cuenta con una población de más de 3 millones de habitantes.

Guadalejara, es una cd. conservadora de sus tradiciones provincianas, combinadas con el bullicio de una cd. moderna en la que encontramos sectores tradicionales con casas, arquitectónicas bien definidas tomando importancia varios sectores (sobre todo, el centro de la cd.) por su tradición y valor turístico.


La zona esquizada para este galeria es la zona de la Av. Chepultepec por tener este con edificios con características de tipología artística y cultural.

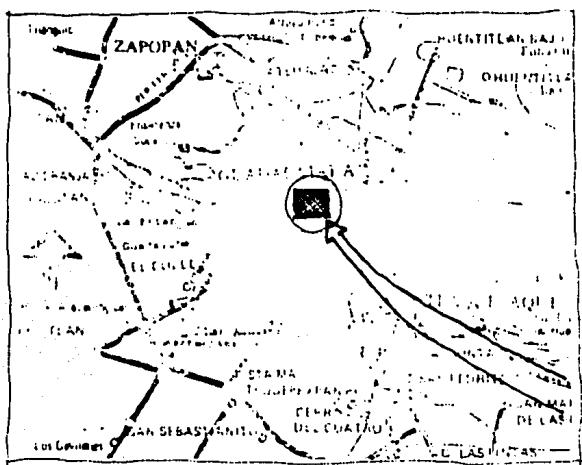

• ubicación en la zona:

para la elección del terreno se tomaron en cuenta los siguientes puntos:


- buena localización
- accesibilidad
- dimensiones adecuadas
- infraestructura

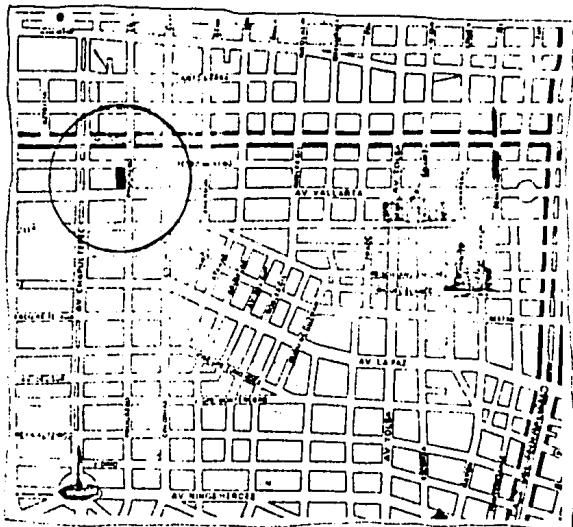

el terreno escogido se encuentra ubicado sobre la calle Progreso entre Av. Vallarta y Pedro Morena, obteniéndose una buena accesibilidad por Av. Vallarta ó Pedro Morena que son conectores principales del centro hacia esta zona ó viceversa.

· preexistencias :


la zona se ha desarrollado como una zona comercial donde se encuentran bancos, almacenes de ropa, telés, papelería, zapaterías, etc.. como zona cultural donde se encuentren una serie de pequeñas galerías dispersas sobre el área o exposiciones temporales sobre la Av. Chepultepec.

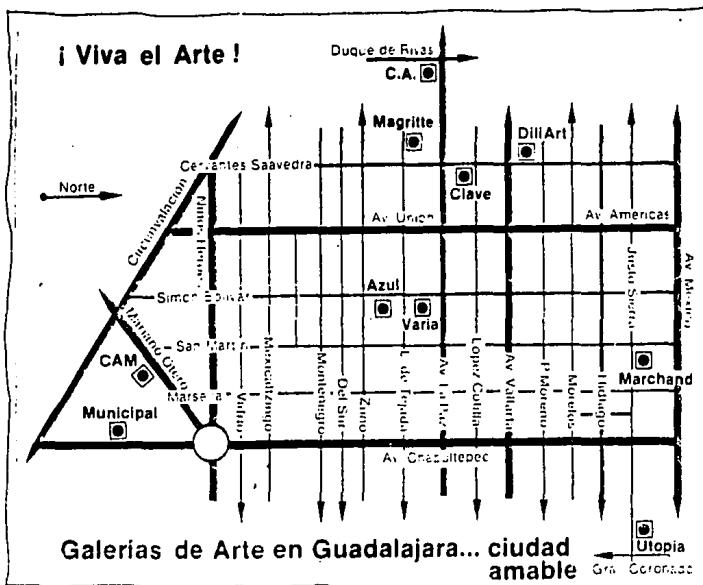

## • Infraestructura:

## LÍNEA DE AGUA POTABLE

KED DE  
CRENAJE

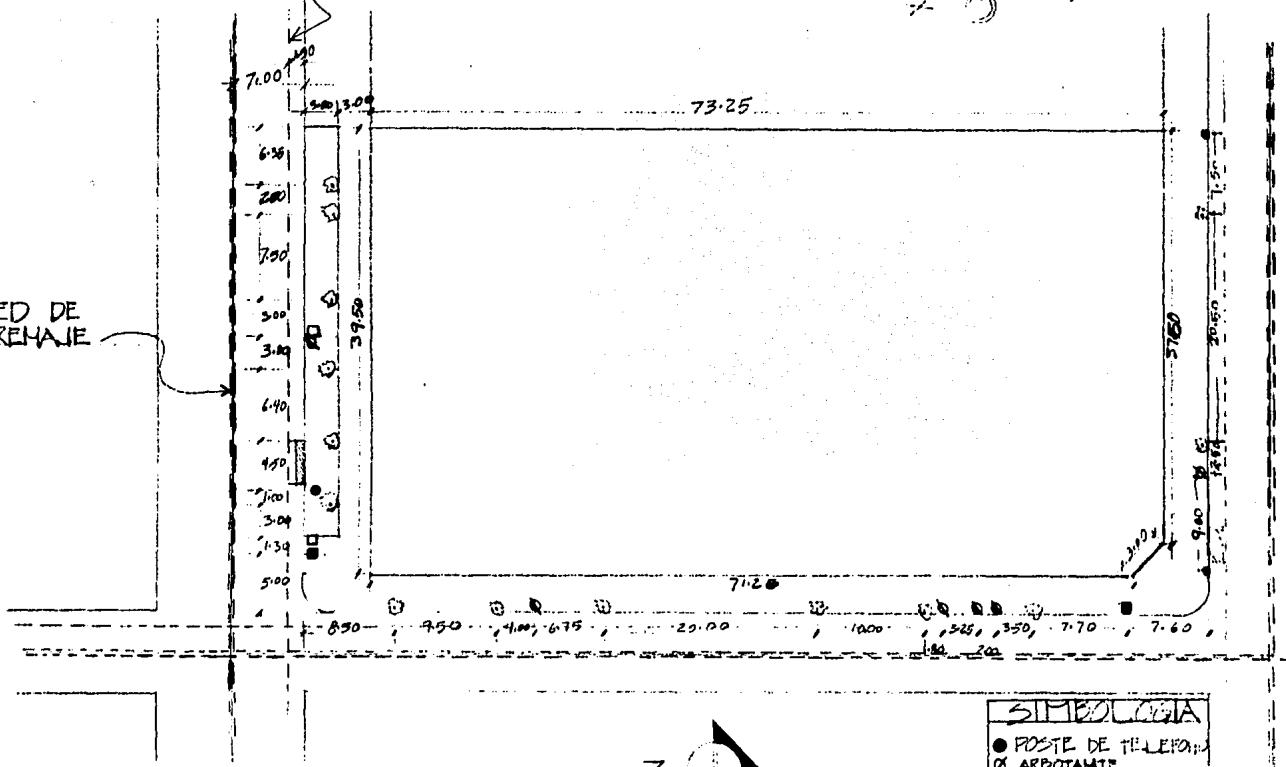


**SÍMBOLOGIA**

- POSTE DE TELEFON
- ▢ ARBOTANTE
- ▢ POSTE DE LUZ
- SEMAFORO
- ▢ POSTE LIHUE TROLEBUS
- ▢ ARBOL

ALCANTARILLA  
REGIA 15 AÑOS  
SES VIBRUALE


• dimensiones :

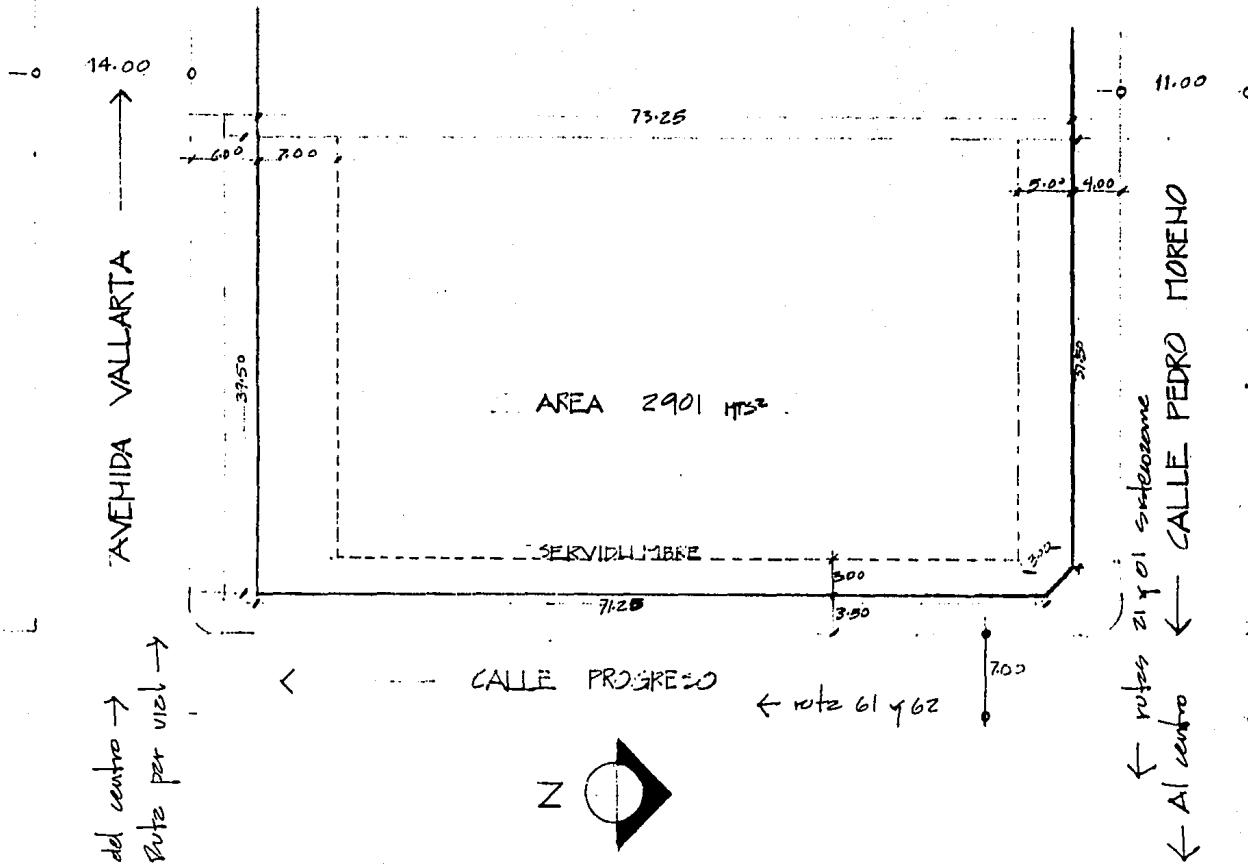


el terreno cuenta con todos los servicios de infraestructura que el proyecto requiere. La distribución de energía eléctrica se hace por medio de postes por la calle Pedro Moreno y por medio de ducto por la Av. Vallarta. La iluminación cubre las tres calles.

• niveles:

la superficie del terreno es completamente plana a 60 cm. arriba del nivel de banqueta, por lo que permite construir cualquier tipo de edificio que se requiera, permitiendo otorgarle 60 cms de altura más y desde luego una mejor vista.

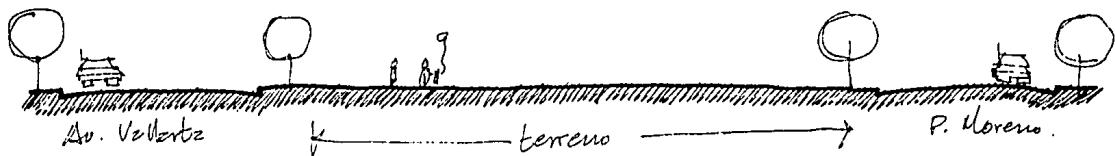


constitución geológica:

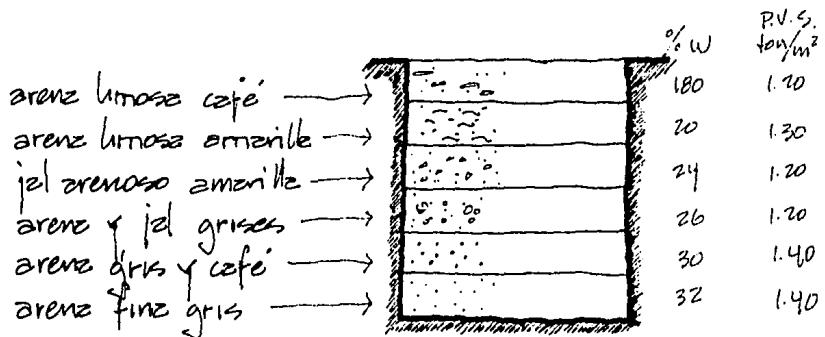

terreno compuesto de arenz y jel con una capa media  
de carga de 10 a 12 ton/m³ a una profundidad de 1.5 a 3 mts,  
(datos basados en estudio geológico realizado en la zona)

## b. el clima :

### • soleamiento

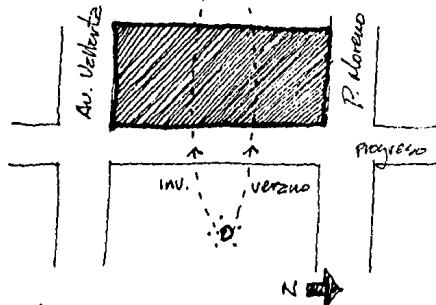

### • temperaturz

Maximz extrema	:	38°C
Minimz	:	4°C
Média	:	19°C

el sol con más intensidad hacia el poniente a medio día.

Primerverno y Otoño  $\rightarrow 0^\circ$

Verano  $\rightarrow 27^\circ 27'$  Norte

Invierno  $\rightarrow 23^\circ 33'$  Sur

en lo q' se refiere a edificios con cierto numero o aglomeraciones de personas, requiere de aire acondicionado.

- precipitación pluvial:

lluvias: en la cd. de Guadalajara se registran 2 períodos de  
Verano → regular y abundante  
Invierno → irregular y excesiva precipitación pluvial  
promedio → 906 mm.

por lo que concluimos que se debe impermeabilizar cubiertas y elementos  
expuestos a interpiele, tener en cuenta pendientes en crotos  
con un 2% y bajantes de aguas pluviales uno por cada  $100 \text{ m}^2$ .

- vientos:


predominantes del NW y durante temporadas de  
lluvias (Junio, Julio y Agosto) del Este y Suroeste con vel. = 8 km/h.

- humedad:

mayor en Julio y Agosto: 70%, por lo que se  
debe impermeabilizar techos una vez al año para evitarlo.

## 2.2 CONCLUSIONES

• conclusión :

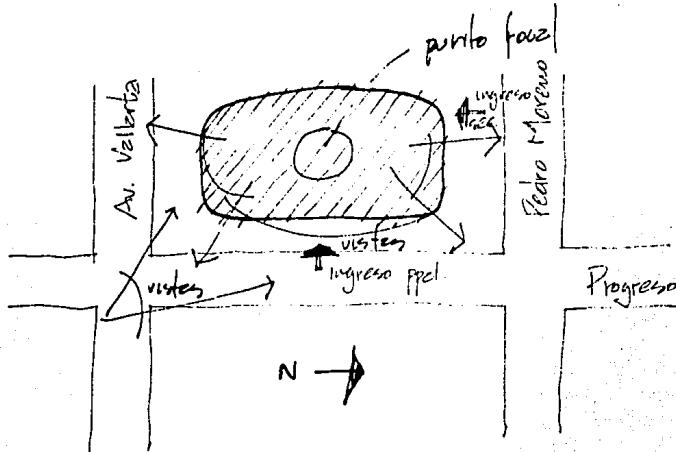

dado que el terreno se encuentre rodeado de árboles de dimensiones y altura considerables, la dirección de vientos es secundaria, la infiltración de los rayos solares fuertes es palpable. Barrera de árboles como colchón o soporte del edificio.

### 3. REQUISITOS TECNICOS Y LEGALES

#### 3.1 · ANALISIS DE LOS ASPECTOS TECNICOS :

##### · materiales empleados:

se utilizarán los matus. existentes en la región,  
tales como: ladrillo rojo, arena amarilla, cemento gris, cel, verilla, perfiles  
de acero, alambre recocido, centere, pisos de barro, etc..

##### · sistemas constructivos:

se utilizarán los sist. constructivos coherentes  
con el diseño del edificio, que otorguen además reducción del costo  
por rapidez en mano de obra y reducción de tiempo y material.

• instalaciones necesarias:

en este tipo de edificios (concentración de personas), es necesario dotarlo de Aire acondicionado para mantener el confort ambiental, y este será en base al cálculo q' la compresión de aire acondicionado realice.

en base al reglamento de construcción de Ay. de Guadalejara este tipo de edificio deberá contar con un syst. contra-incendios.

para asegurar las obras de arte dentro del edificio es necesario que este cuente con un syst. de alarme especializado.

donde azotan grandes tormentas es necesario proteger el edificio con un syst. de perarrayos.

metr. y sint. convt. recomendables:

utilización de materiales q' proporciones  
diseñadas y suministro q' dificil: Izchilo solo se reduce  
señalando q' unión de materiales q' proporciones  
grueso —————→ el estrecho.  
azulejo —————→ los conos  
pisos de marmol —————→ sección de  
cubierta —————→ debollas.

columna —————→ el ancho.  
cimentación —————→ sección de  
soporte —————→ e base de columnas para una mayor libertad en el  
uso de los tramos.

cubierta —————→ lose de cubierta sugerida en grandes obras q'  
reducción del costo.

### 3.2. CONCLUSIONES

• consideraciones sobre instalaciones:

tal se hará en base al cálculo que la propia compañía de Aire Acondicionado realice.

equipo contra incendios, en este sistema se tendrán que indicar las diferentes salidas o localización de tanques. El sist. contra incendios más recomendable por tratarse de objetos delicados a la humedad, es el de extintores de polvo quítrico seco.

sistema de alarma, el sistema a emplearse será un circuito cerrado de televisión.

pararrayos, sistema a base de tierras metálicas conectado al colector de aguas pluviales. Los conductores de la inst. de pararrayos deben quedar a la mayor distancia posible de las inst. eléctricas.

• requisitos legales tomados del reglamento de construcción :

se tendrá que respetar una servidumbre de 7.00 m. por Av. Vallarta y 5.00 m. por Pedro Moreno y 3.00 m por calle Progreso, no pudiendo construir bardas mayores de 1.20 de altura en esta zona.

- art. 158. para una sala de espectáculos se respecta un ancho de 60 cm. por 4 personas y nunca se permitirá una anchura menor de 1.20 m. en una puerta de ingreso a la sala.
- art. 164. las salas de espectáculos deberán contar con servicios sanitarios para cada sexo.
- art. 267. será obligatorio e indispensable que los edificios que cuenten con salas de espectáculos y locales destinados a centros de reunión cuenten con los dispositivos contra incendios previstos en el reglamento de construcción.
- art. 57. todas las redes de alcantarillado del edificio, serán colgadas para serv. mixtos, es decir; agujas negras y agujas pluviales.

- art. 08: queda prohibido rebajar las banquetas para hacer rampas de acceso vehículos, las cuales deberán construirse fuera de ellas, o sea sobre arrojos, pudiendo permitirse las rampas en las banquetas cuando existan camellones en ellas.

2 - tomado del Reglamento de Construcciones  
del Ayto. de Guadalajara.

• requisitos de un auditorio:

- mínimo 3 salidas con anchura mínima de 1.80 m.
- vestíbulo sup. min. = 15  $\text{dams}^2$  por concurrente.
- dimensión  $2.50 \text{ m}^3$  por espectador, altura mínima 3 m.
- anchura mínima de butacas: 50 cms, dist. min. entre respaldos: 65 cms, debiendo quedar un espacio libre de 40 cm. entre asiento y respaldo.
- pasillos interiores 1.20 m. cuando haya asientos a los 2 lados.
- " " " .90 m. " " " a un solo lado.
- prohibido colocar más de 14 butacas para desembocar a pasillos.
- anchura mínima de puertas de entrada de 1.20 m.
- colocar letreros necesarios "salidas" y flechas luminosas indicando dirección. letras altura mínima de 115 cm.

sanitarios: los sanitarios hombres deberán contar con: 1 exclusivo, 3 urinarios y dos lavabos por cada 450 espectadores. Los sanitarios de mujeres con 3 exclusivos y 2 lavabos por cada 450 espectadores.

el deposito de aguz se calculará a razón de 6 lts/ espectador.

estacionamiento: carril separado de entrada y salida de vehículos con anchura mínima de 2.60 m. altura mínima de 2.10 m.

rampa con pendiente máxima del 15%, con anchura mínima de 2.60 en recta y 3.50 en curva con radio mínimo de 7.50 m. al eje de la rampa.

rampas delimitadas por guarnición con altura de 15 cms. y banqueta de protección de 30 cm. en recta y 50 cm. en curva.

cajones de 2x4 m. o de 2.33 x 5.50 m. delimitado por tapes colorados a 75 cm.

- costos aproximados de construcción:

• superficie construida \_\_\_\_\_ 1,165 m<sup>2</sup>  
costo por m<sup>2</sup> \_\_\_\_\_ \$ 80,000.-

costo \_\_\_\_\_ \$ 117,200,000.-

• plazas, patios y jardines \_\_\_\_\_ 2,450 m<sup>2</sup>  
costo por m<sup>2</sup> \_\_\_\_\_ \$ 20,000.-

costo \_\_\_\_\_ \$ 49,000,000.-

• superficie construida de estacionamiento \_\_\_\_\_ 1283 m<sup>2</sup>  
costo por m<sup>2</sup> \_\_\_\_\_ \$ 50,000.-

costo \_\_\_\_\_ \$ 64,150,000.-

• costo total aproximado \_\_\_\_\_ \$ 230,350,000.-

- partidas:

1. estructura	36.3%	\$ 83,617,050.-
2. albañilería y acabados	28.4%	\$ 65,419,400.-
3. instalaciones	11.3%	\$ 26,029,550.-
4. complementarios	7.3%	\$ 16,315,550.-
5. gastos generales	16.7%	\$ 38,468,450.-

total \_\_\_\_\_ \$ 230,350,000.-

## 4. REQUISITOS FUNCIONALES

### 4.1 · ANALISIS DE ACTIVIDADES:

- |                       |                                   |
|-----------------------|-----------------------------------|
| • <u>actividad</u>    | <u>local que genera (público)</u> |
| → VISITANTES          |                                   |
| • arribo a la galeria | estacionam. plazo de ingreso      |
| • ingreso             | vestíbulo                         |
| • informes            | información                       |
| • recorrer exposición | sedes de exposición               |

- tomar o comer algo \_\_\_\_\_ fuente de soda
- asistir a conferencias o audiovisuales \_\_\_\_\_ auditorio
- comprar \_\_\_\_\_ tienda
- necesidades fisiológicas \_\_\_\_\_ baños.

→ personas administrativas y de servicio. (privados)


- arribo a la galería \_\_\_\_\_ estacionamiento
- acceso . . . \_\_\_\_\_ ingreso de personal
- control y administración \_\_\_\_\_ dirección
- ayudante del director \_\_\_\_\_ secretaría
- Montar obras \_\_\_\_\_ bodega
- ingreso de las obras al edificio \_\_\_\_\_ entrada de servicio
- vigilar \_\_\_\_\_ área expo. y cto. vigilancia
- guardar y lavar inst. de trabajo \_\_\_\_\_ cto. aseo.

## 4.2 . CONCLUSIONES :


después de haber analizado los actos del usuario  
se especifica una lista de los locales necesarios para el buen  
funcionamiento de la Galería:

- sala de exposición en cristal
- . . . . . de esculturas
- sala de proyecciones (auditorio)
- cafetería
- w.c. públicos H/M.
- información
- tienda
- dirección y administración con w.c.
- secretaría
- bodega
- bodega de utilería
- . . . . . de vigilancia
- ofic. aseo
- w.c. personal de servicio
- estacionamiento.


• arbol del sistema de los espacios:

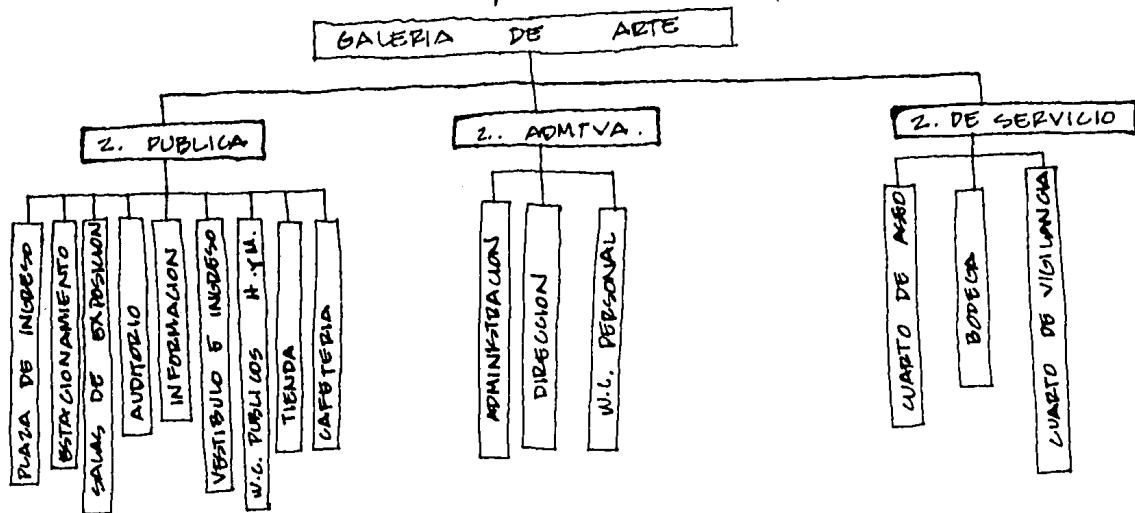

• diagrama de relaciones:

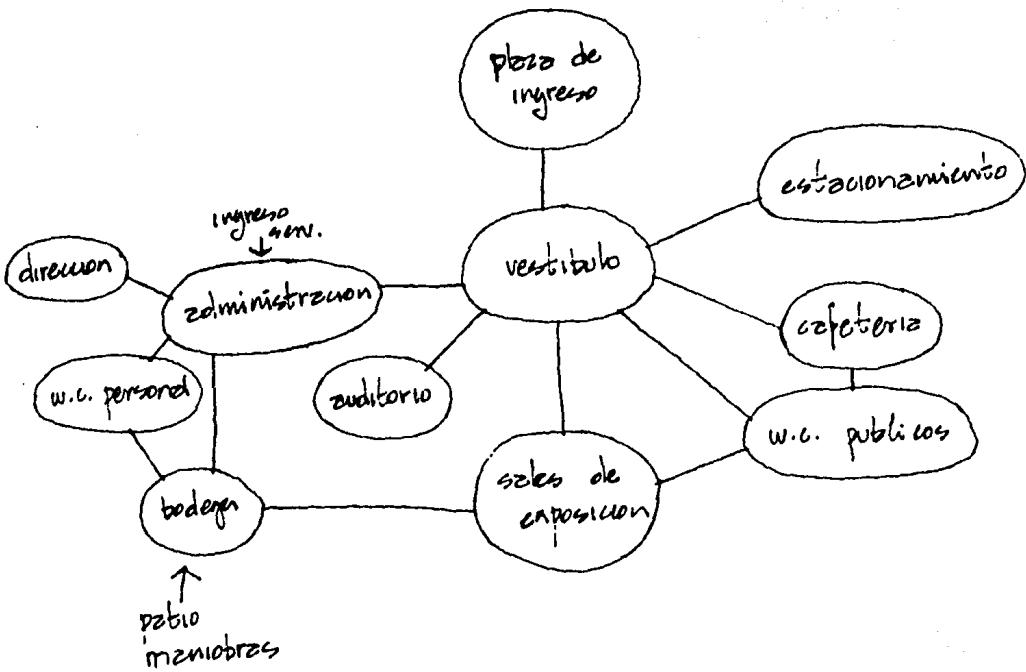


• diagrama de flujos : tipo / cantidad

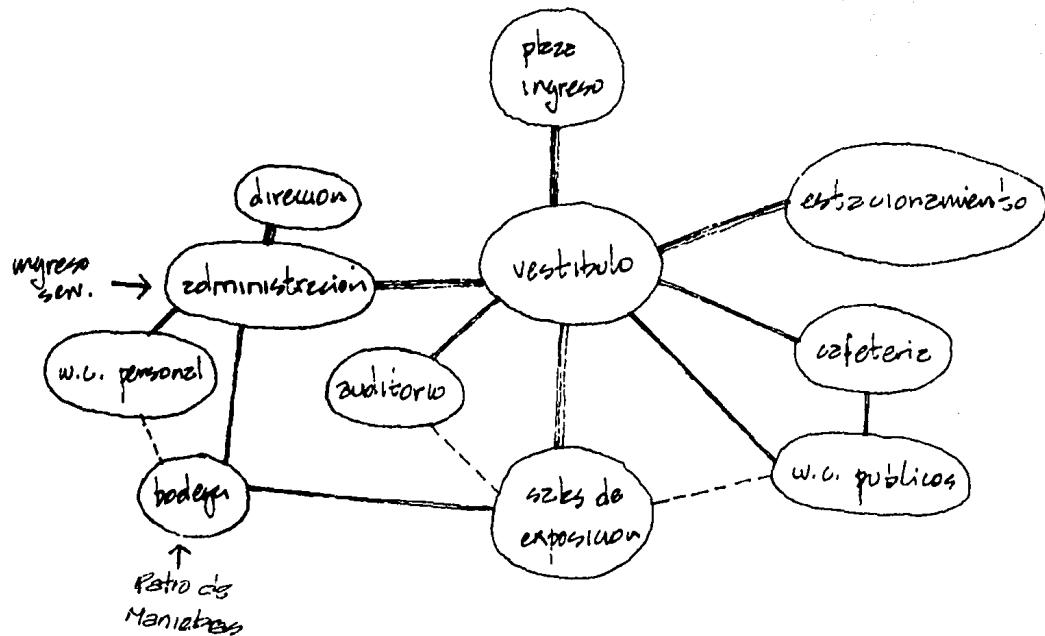



## 5. REQUISITOS DEL SISTEMA

### 5.1 · PATRONES DE DISEÑO DE LOCALES :

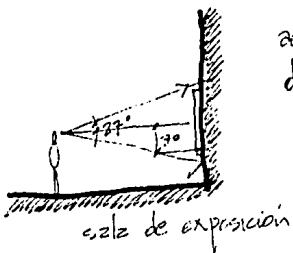


ángulo visual 54° ó 27° por encima de la horizontal de la vista.

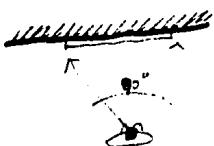


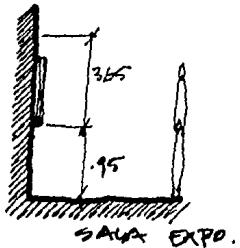


superficie optima de altura superior e inferior de un wedro.

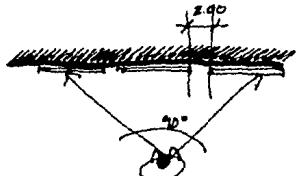


cada wedro ocupz por lo menos una separacion de 2 m. de eje = eje.

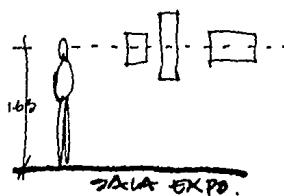

wedros pequeños se cuelgan por su eje de gravedad, osea que la linea de horizonte quede a la mitad del wedro.


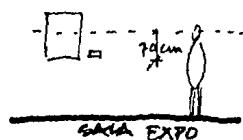


la referencia del eje del wedro no debe estar a mas de 70 cm. por debajo de la linea de horizonte.

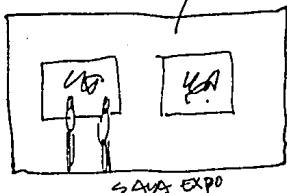


$$s = 325 \text{ m}^2 / \text{cuadro}$$


superficie promedio de pared por cuadro :  $325 \text{ m}^2$   
piso por esquina :  $6 - 10 \text{ m}^2$

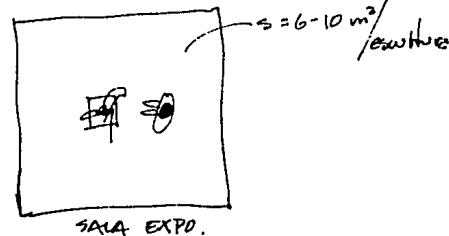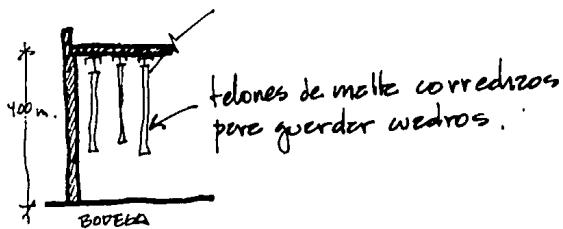



$$s = 6 - 10 \text{ m}^2 / \text{esquina}$$

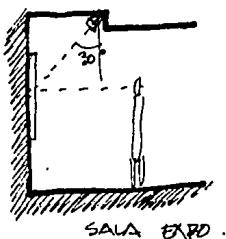


spots a  $30^\circ$  con relación a la vertical apuntando hacia abajo.

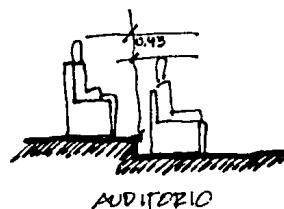

AUDITORIO

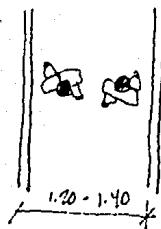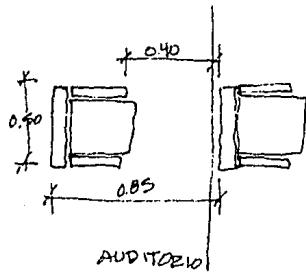

ESCALERAS: o RAMPAS.

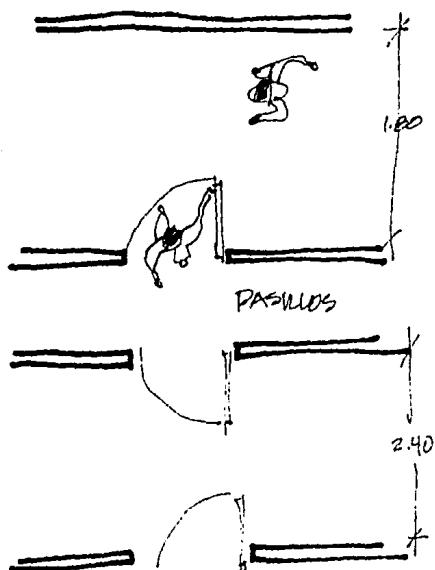


## 6. PROPOSICION ARQ.

### 6.1 · POSTURA DE DISEÑO:

Arte expresa por si sola su significado dentro del contexto que lo rodea y a los diferentes niveles de percepción humana. se tiene como objetivo que la Galería de

Para que la arquitectura cumpla con su objetivo de comunicar por


medio de diferentes niveles de comunicación es necesario determinar las convenciones más comunes → en arquétipos ← sobre las que se basará el proceso de significación y el mensaje será recibido si estas convenciones se usan como los elementos conocidos del usuario que recorden algo.

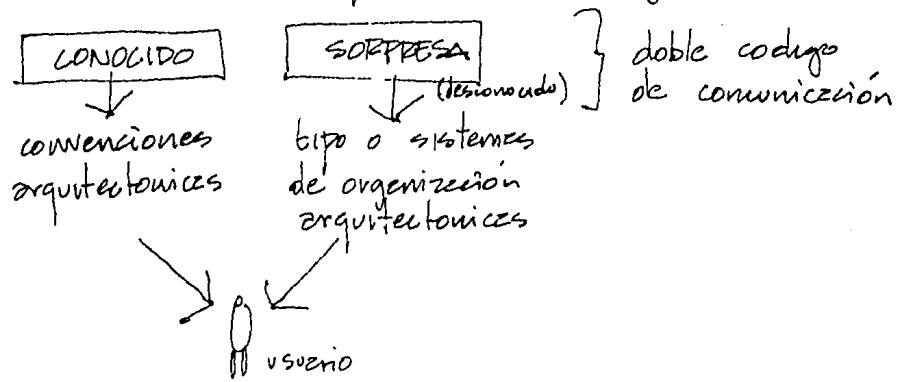


lograr así una escenografía entre lo viejo y lo nuevo - (conocido y desconocido) - utilizando elementos del pasado y elementos nuevos que evidenciarán la sorpresa e interés en la obra.

apoyarse en elementos convencionales o de lo historiz otorgan mayor validez al proyecto. En el presente trabajo se apoya en los elementos arquitectónicos y sist. organizativos de la arq. Mexicana utilizandose , por la relación que mantienen hoy en día estos edificios con los cult. culturales (actualmente el uso de estos edificios es destinado a: museos, galerías, centros de arte, etc...).

### Identificación de simbolos tradicionales:

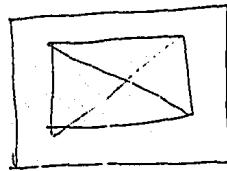


plante tipo claustro  
con patio generador  
de espacios.

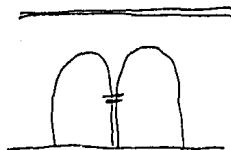


accesos en patios



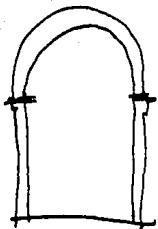

arco como  
signo de  
entrada.

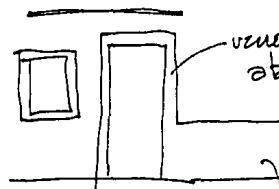

venos esbeltos con peanas  
abultadas



uso de grueso polvo  
en volumen domina la mesa  
sobre el vano.

note: la identificación de estos simbolos es mere referencia  
para utilizarlos en el diseño arquitectónico despues  
de haberlos resueltos por medio de un proceso de  
resematización o estabilización arquitectónica.




## 6.2 · CONCEPTO DE DISEÑO


· concepto formal

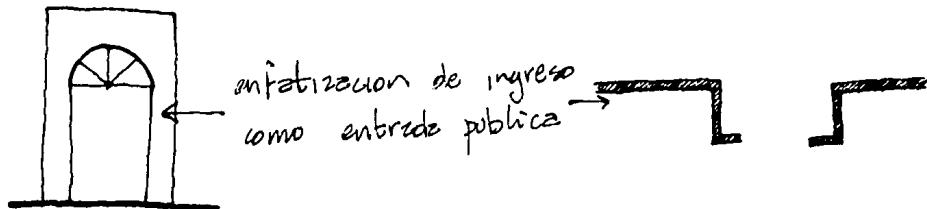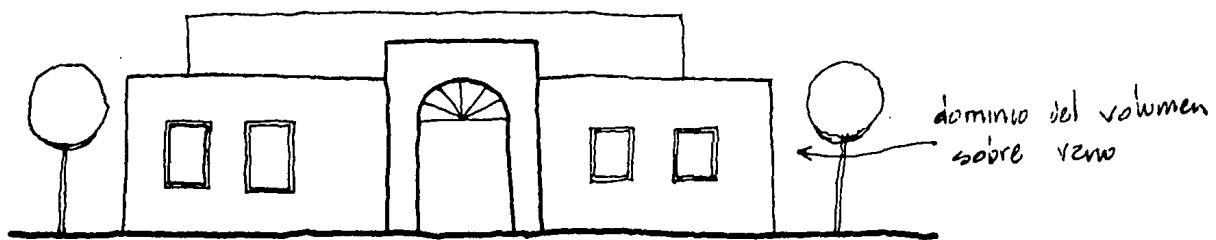


- concepto funcional

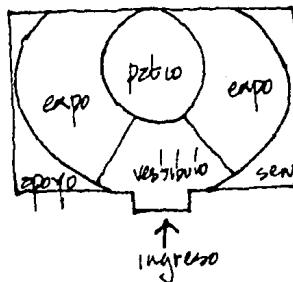

- concepto especial

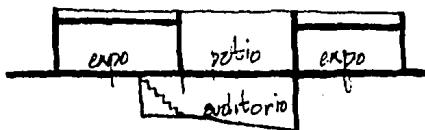


- centralización de un espacio abierto (pabellón) como elemento mexicano
- relación con el espacio exterior por medio de ventanas.

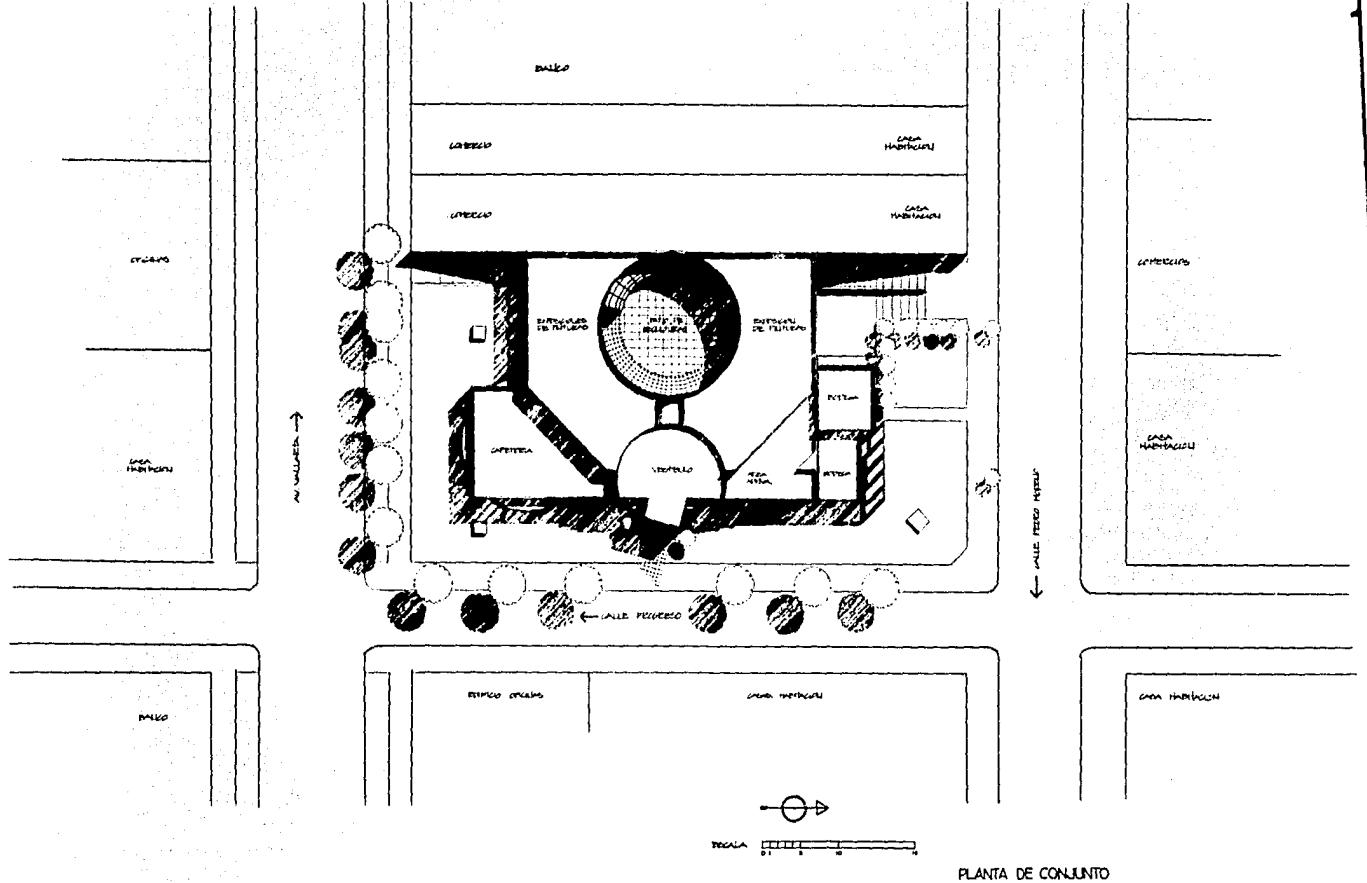


PLANTA DE CONJUNTO



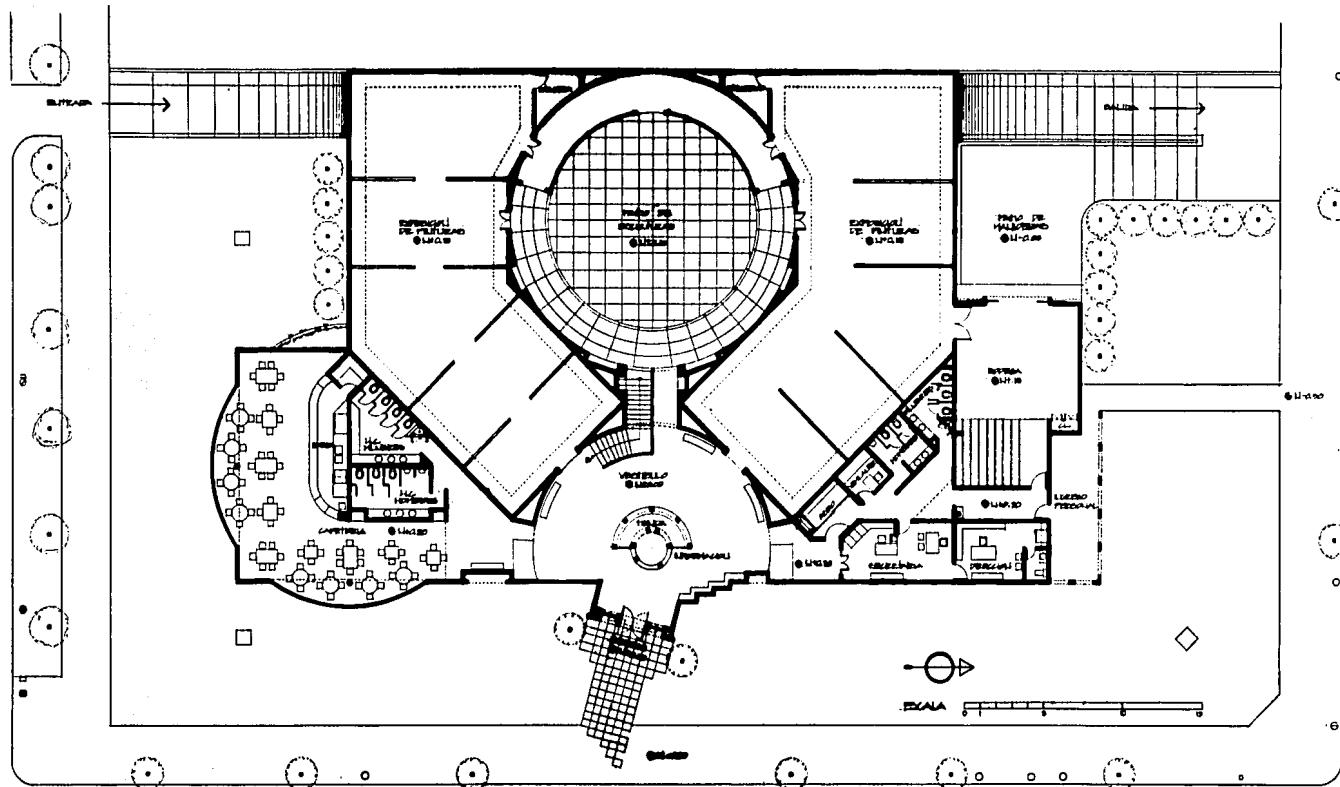


### PLANTA ARQUITECTONICA



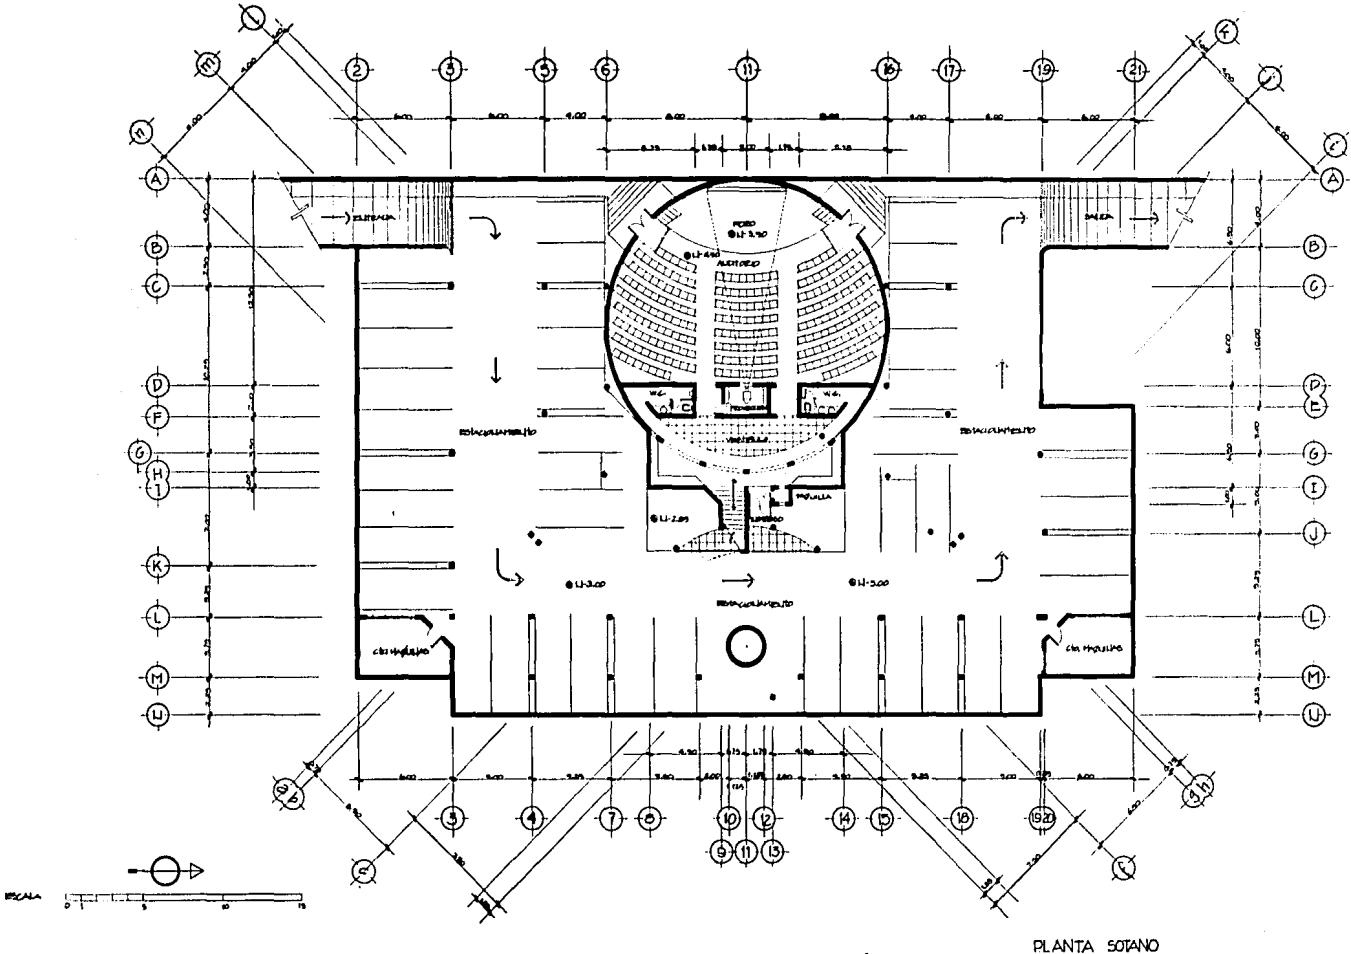


PLANTA SOTANO



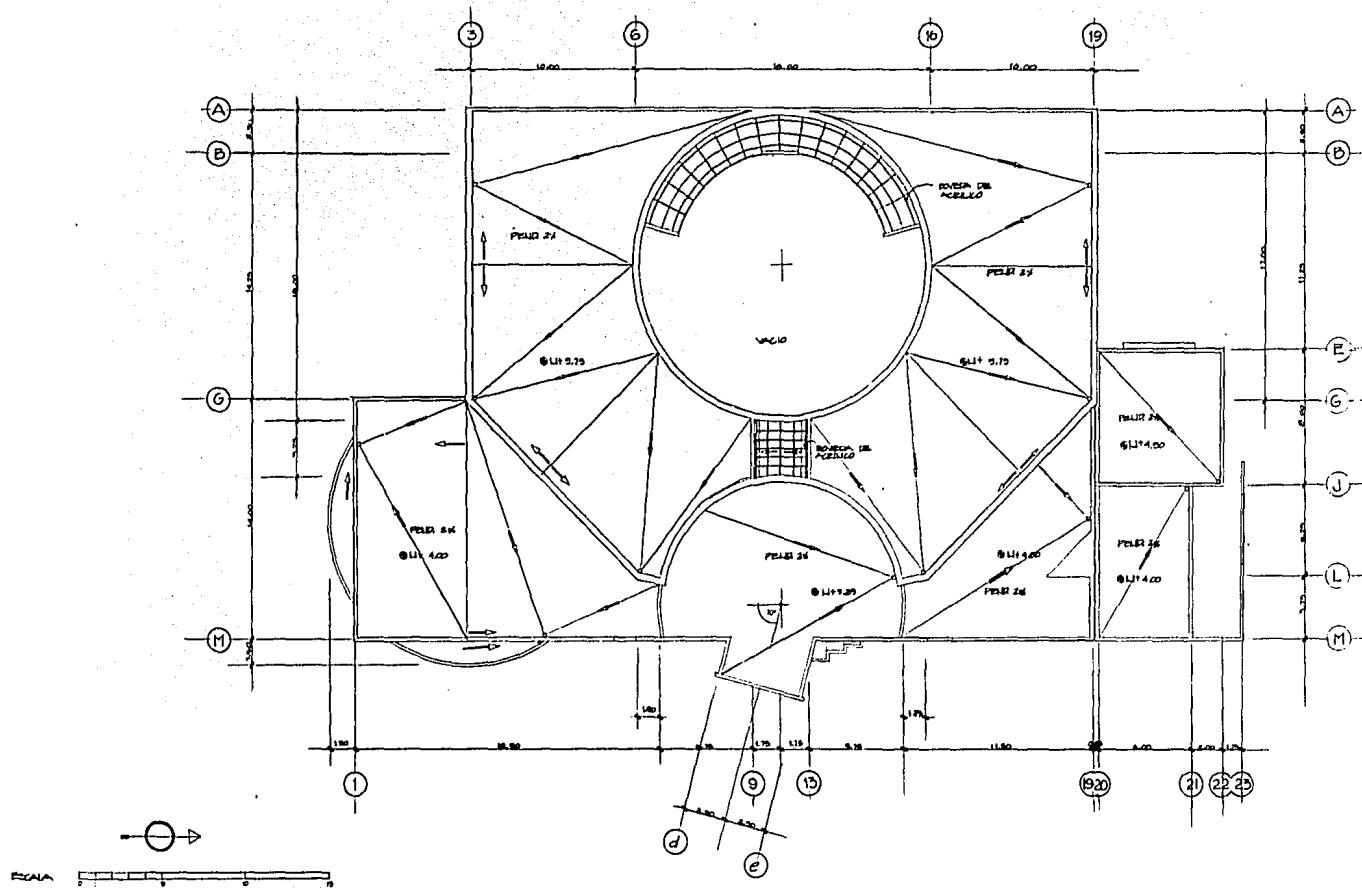


PLANTA DE AZOTEA




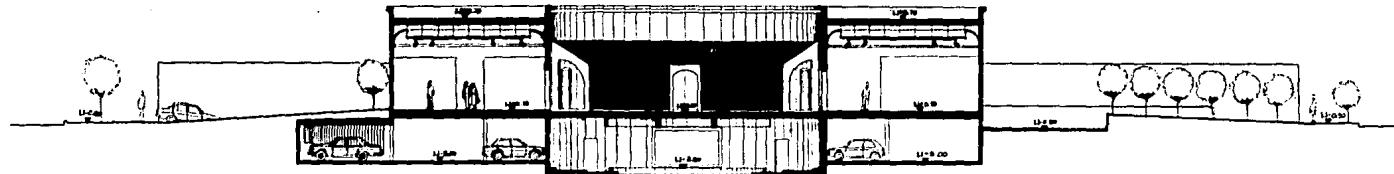

CORTE TRANSVERSAL  
ESCALA 1:100

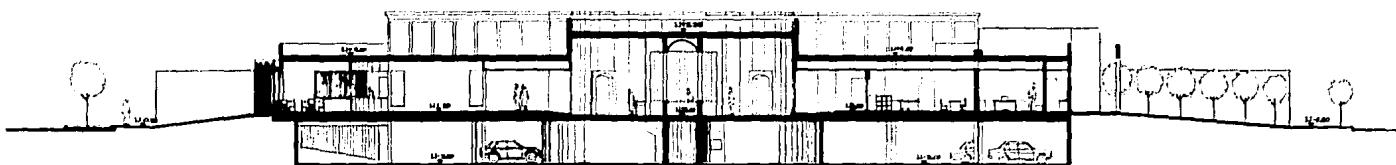


CORTE TRANSVERSAL  
ESCALA 1:100

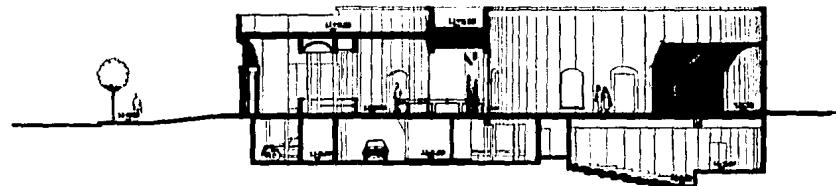


CORTE LONGITUDINAL  
ESCALA 1:100




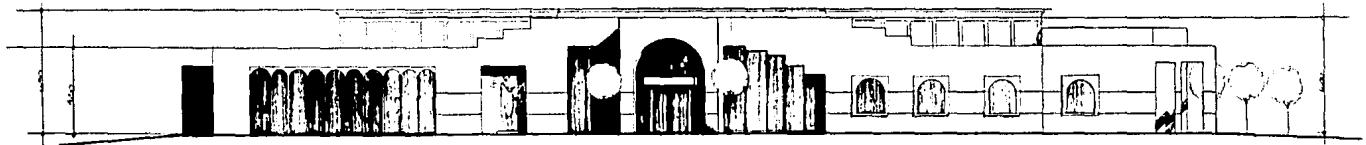

ALZADO PRINCIPAL

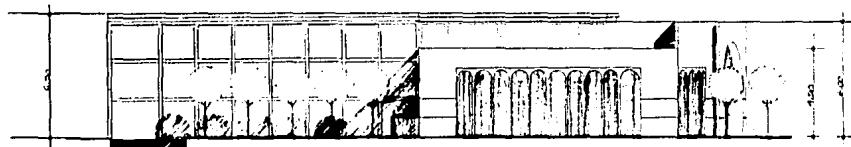



ALZADO SUR

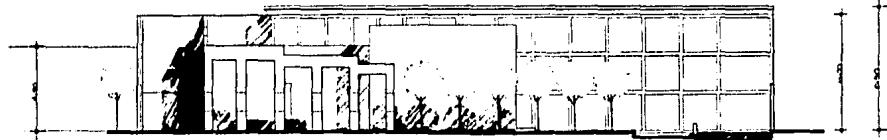


ALZADO NORTE



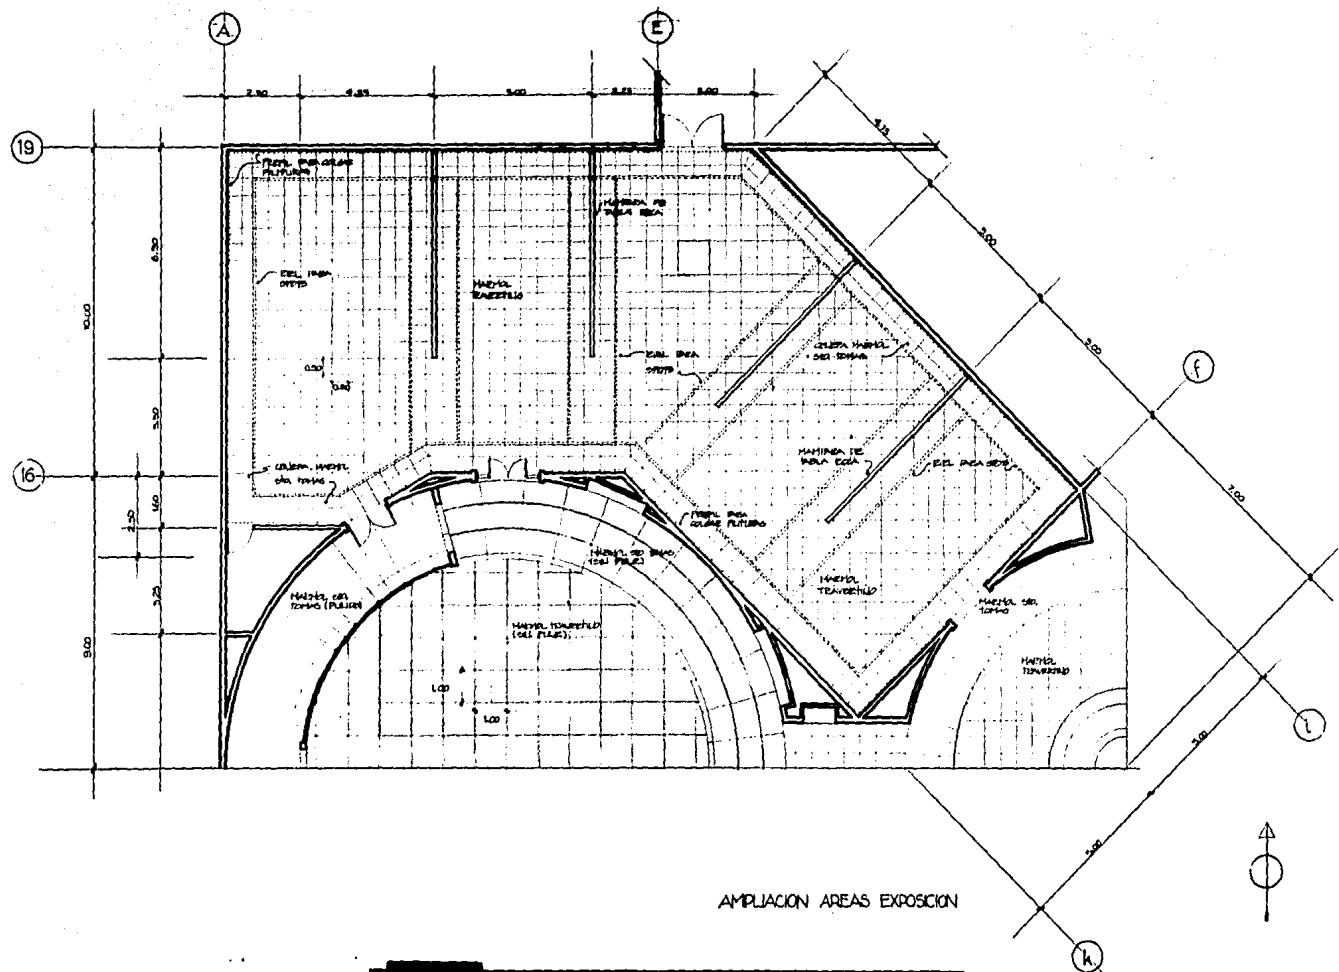

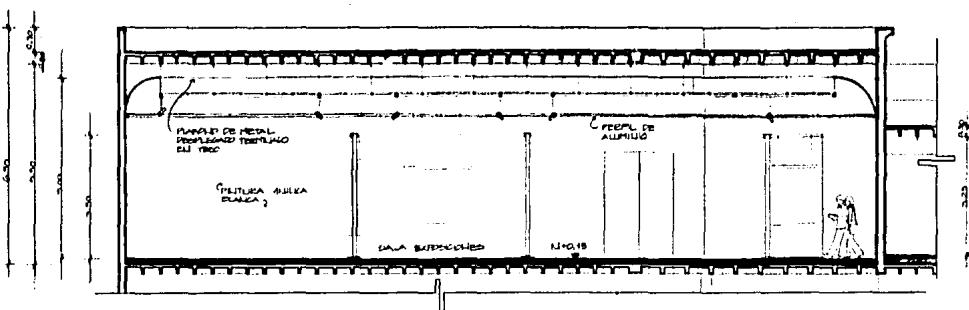



CORTE LONGITUDINAL

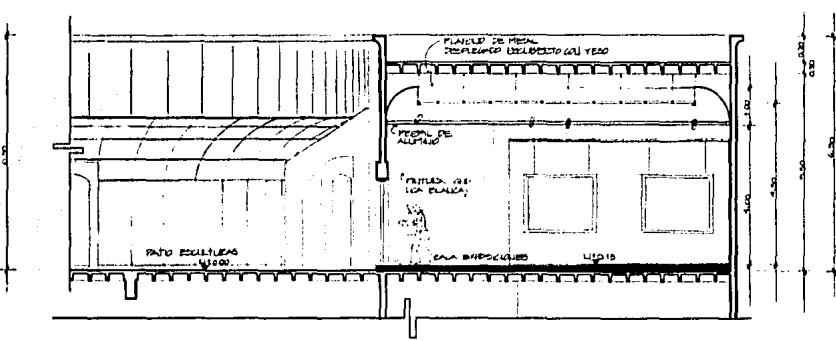

CORTE TRANSVERSAL



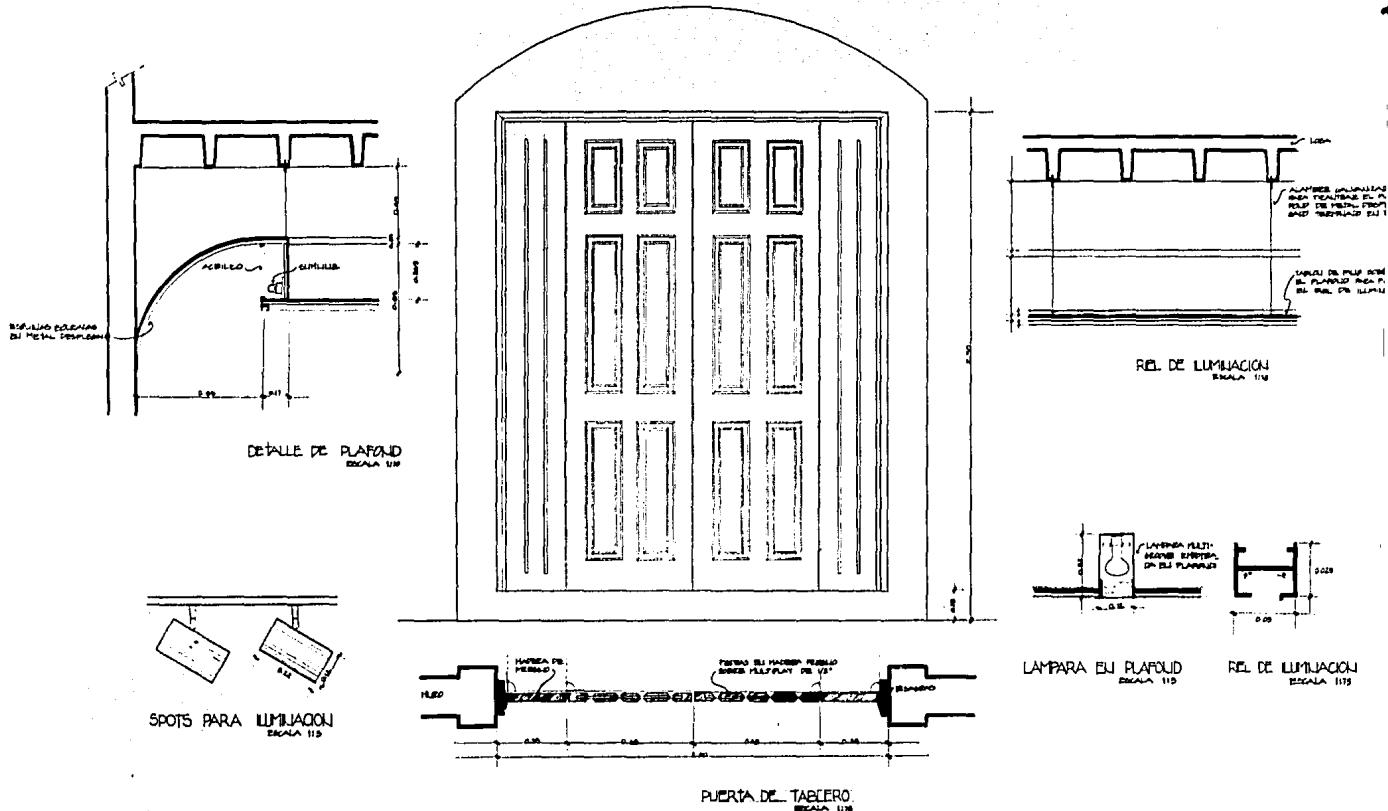

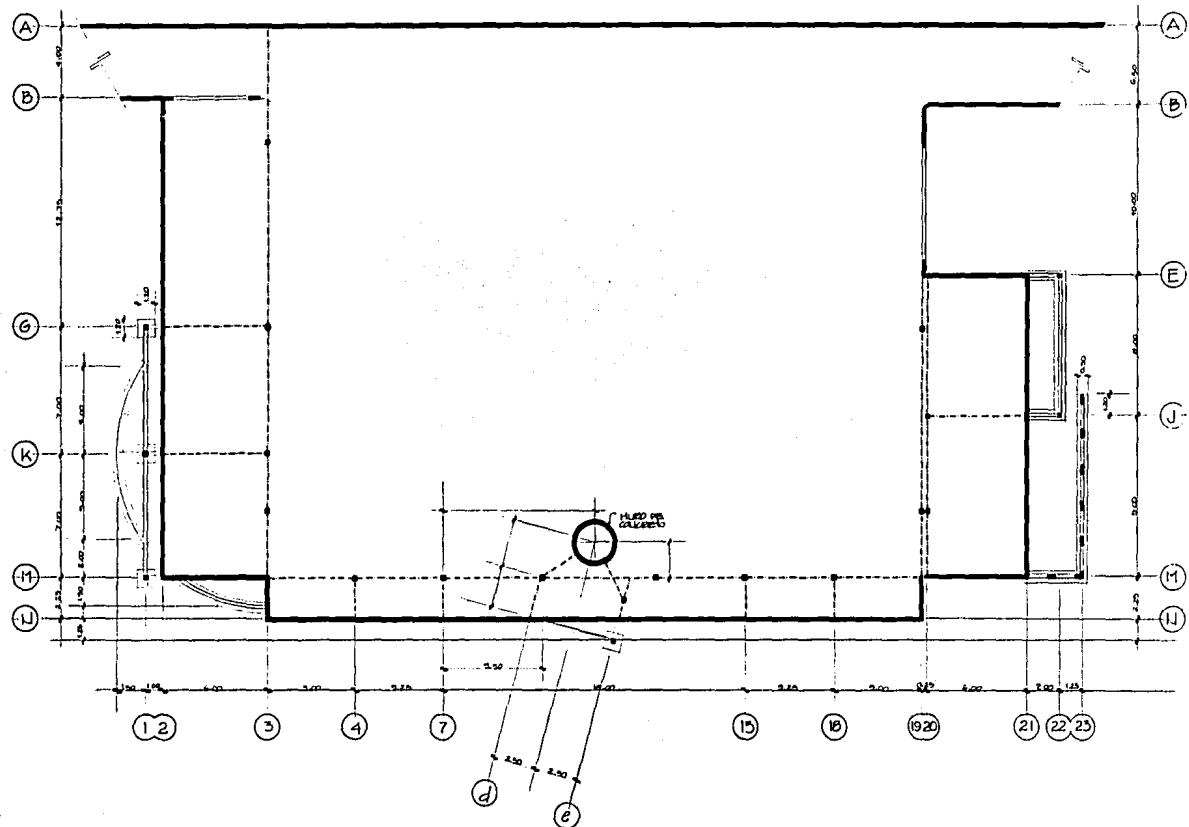


GALERIA DE ARTE EN GUADALAJARA Jalisco

Armando Serrano Salomon


TESIS PROFESIONAL PARA OBTENER EL GRADO DE ARQUITECTO  
ESTUDIOS DE ARQUITECTURA

UNIVERSIDAD AUTONOMA DE GUADALAJARA  
A JUNIO DE 1988

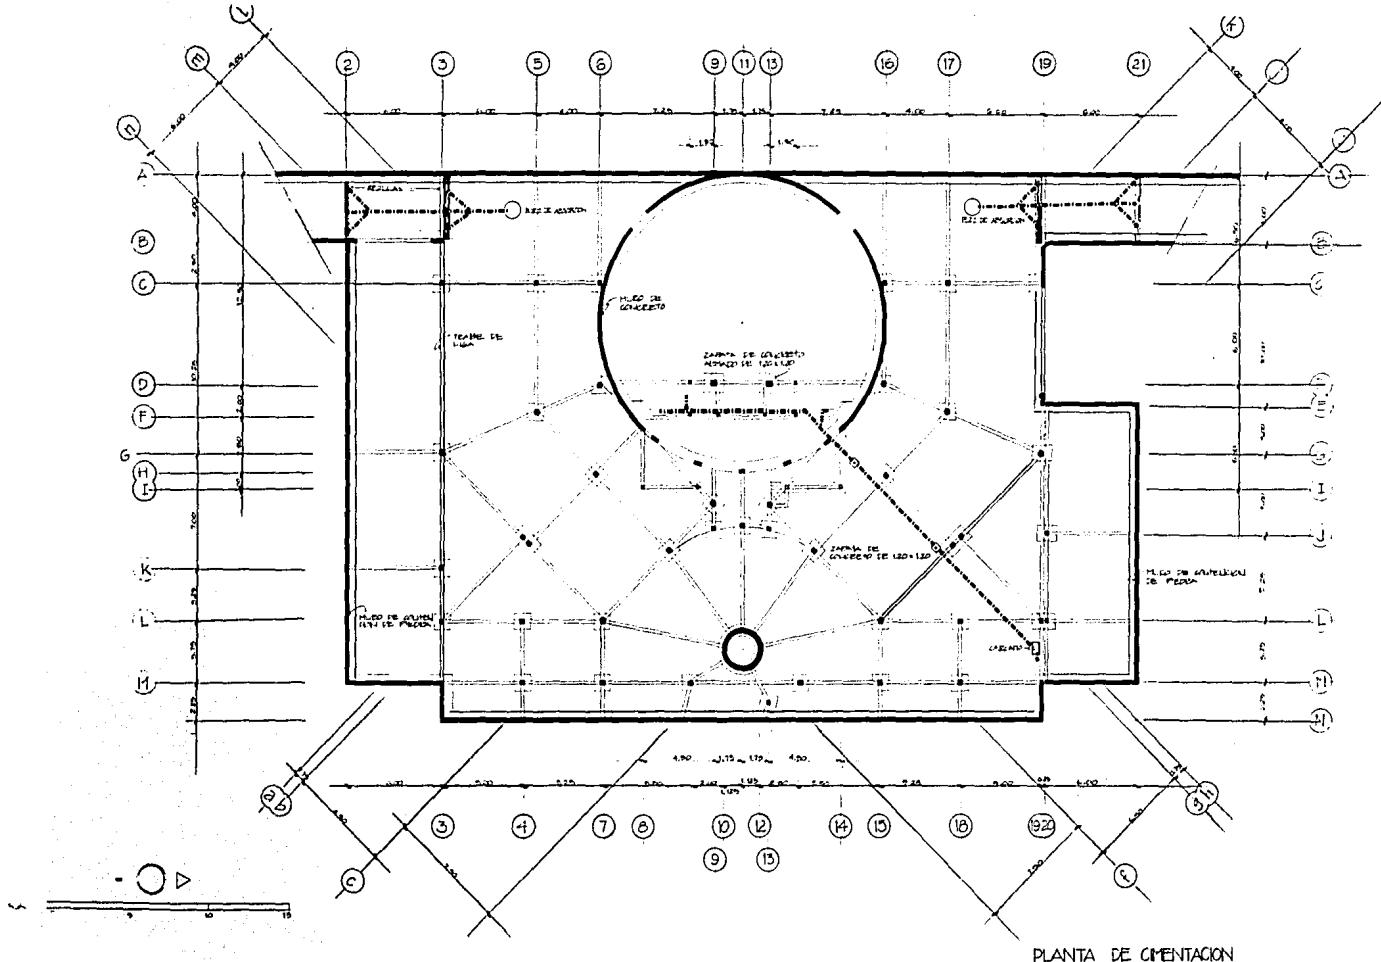


PLANTA DE CIMENTACION




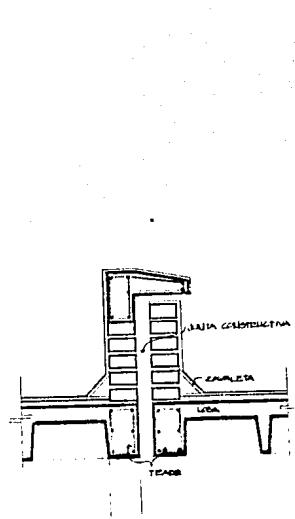

DETALLE PRETIL EN JUJITA CONSTRUCTIVA  
ESCALA 1:10

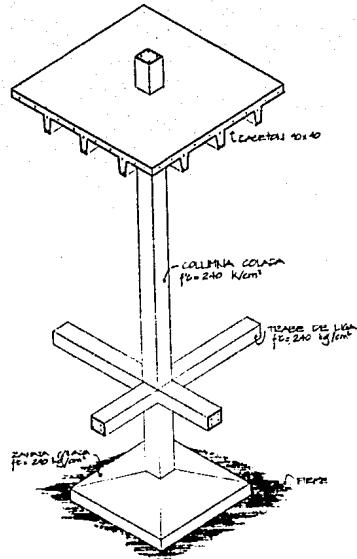


DETALLE CONSTRUCTIVO DE ZAPATA A COLUMNA  
ESCALA 1:20

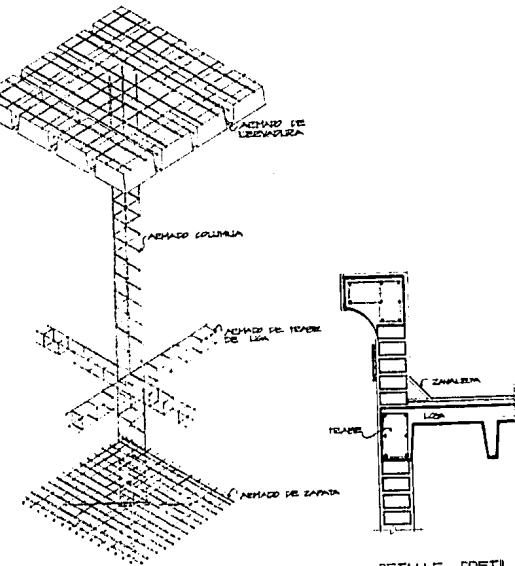


DETALLE PRETIL  
ESCALA 1:10



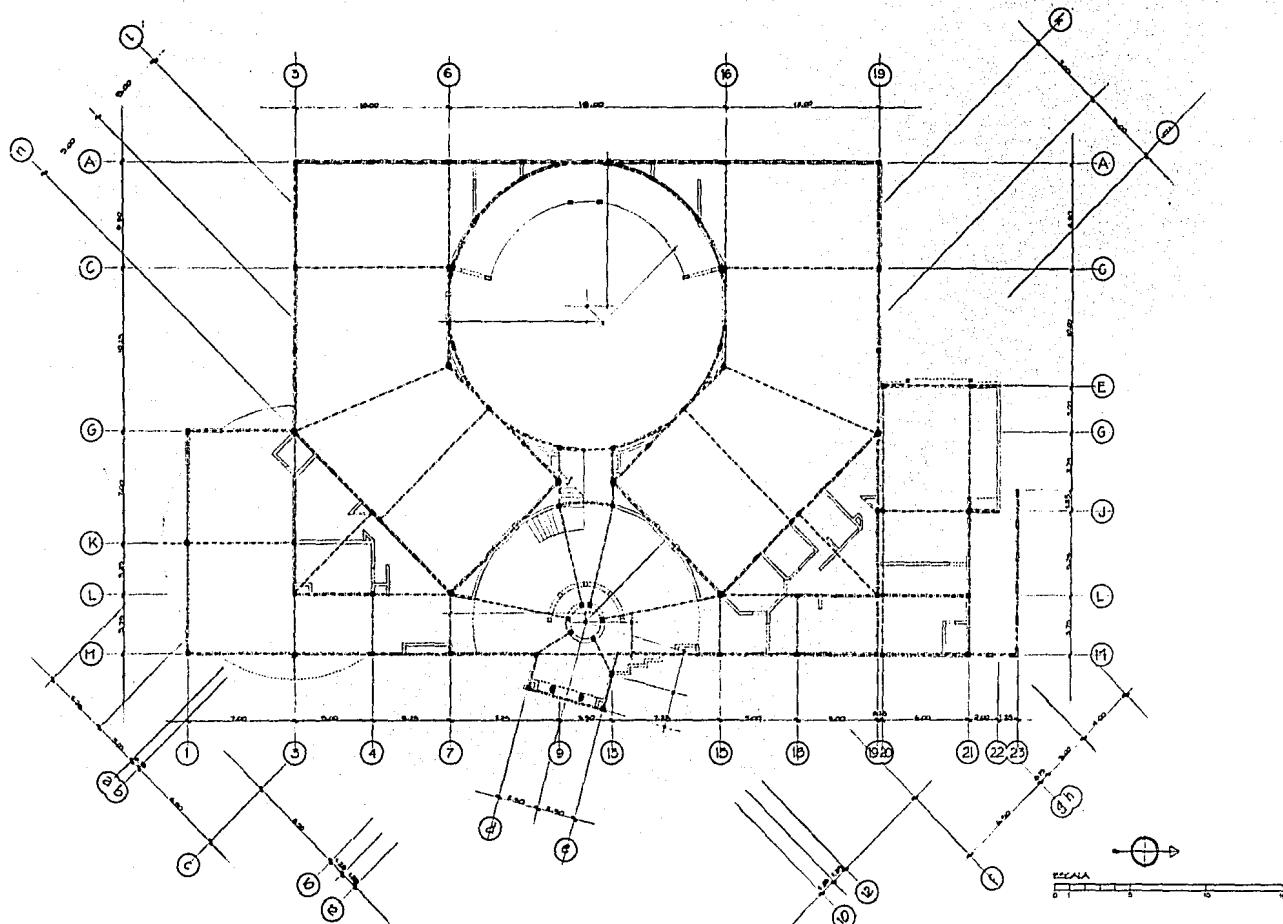


## PLANTA ESTRUCTURAL



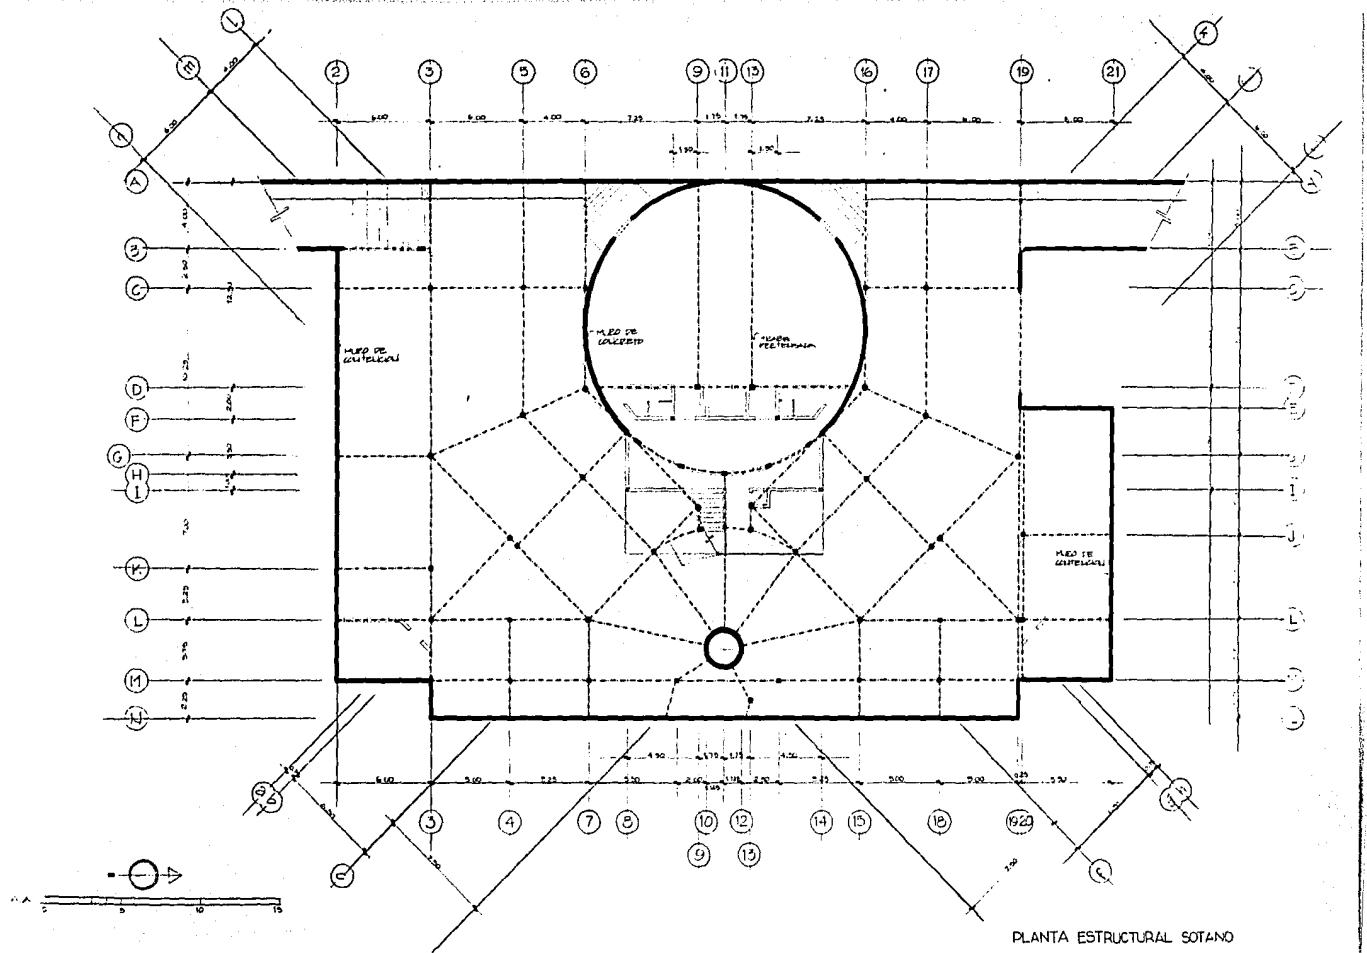



SALIR DE LA BIBLIOTECA  
ESTA TESIS NO DEBERÁ

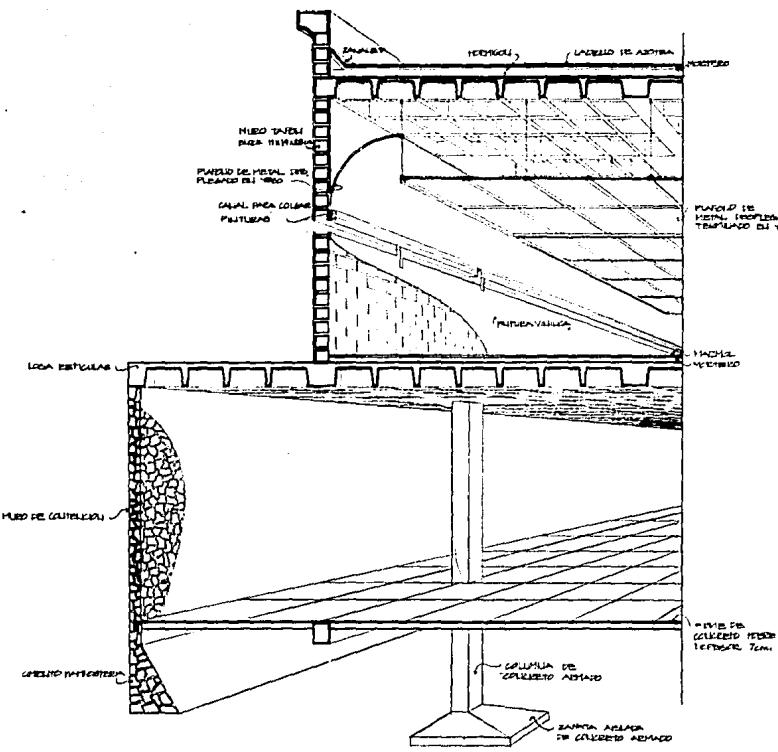

CORTE CONSTRUCTIVO  
ESCALA 1:20



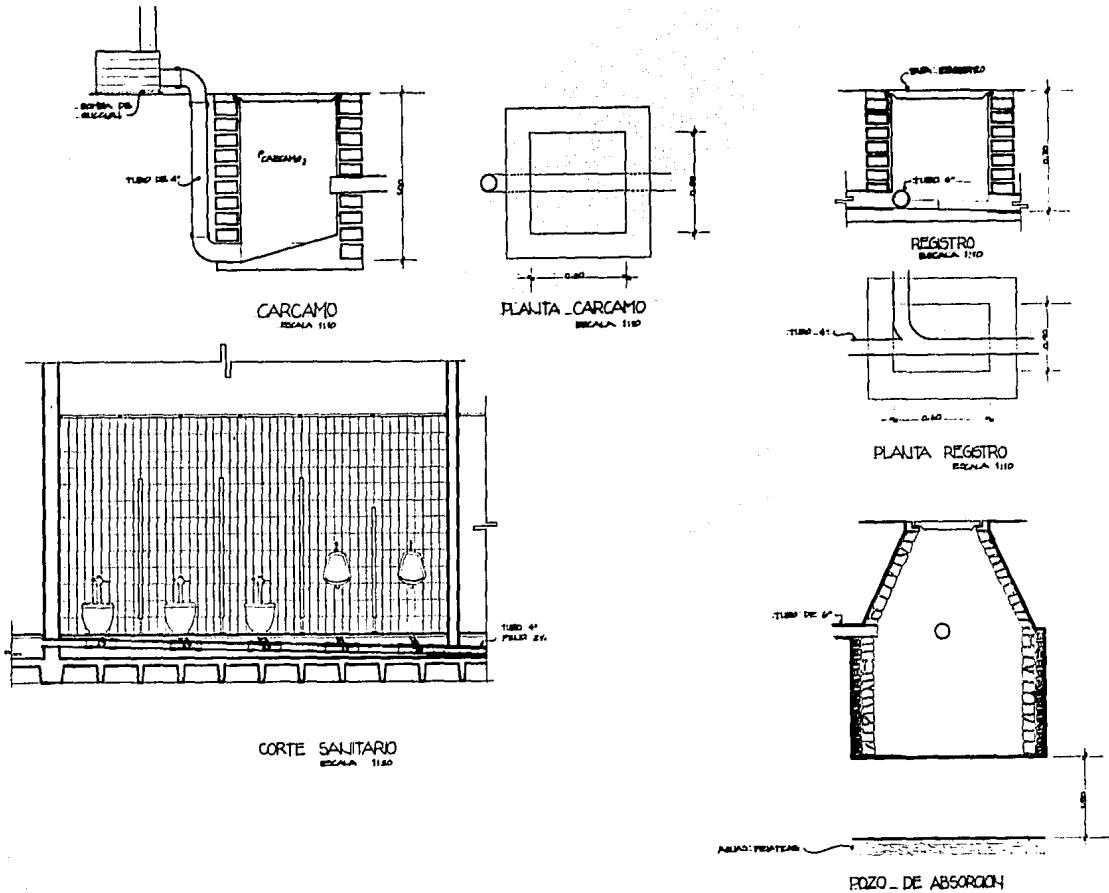

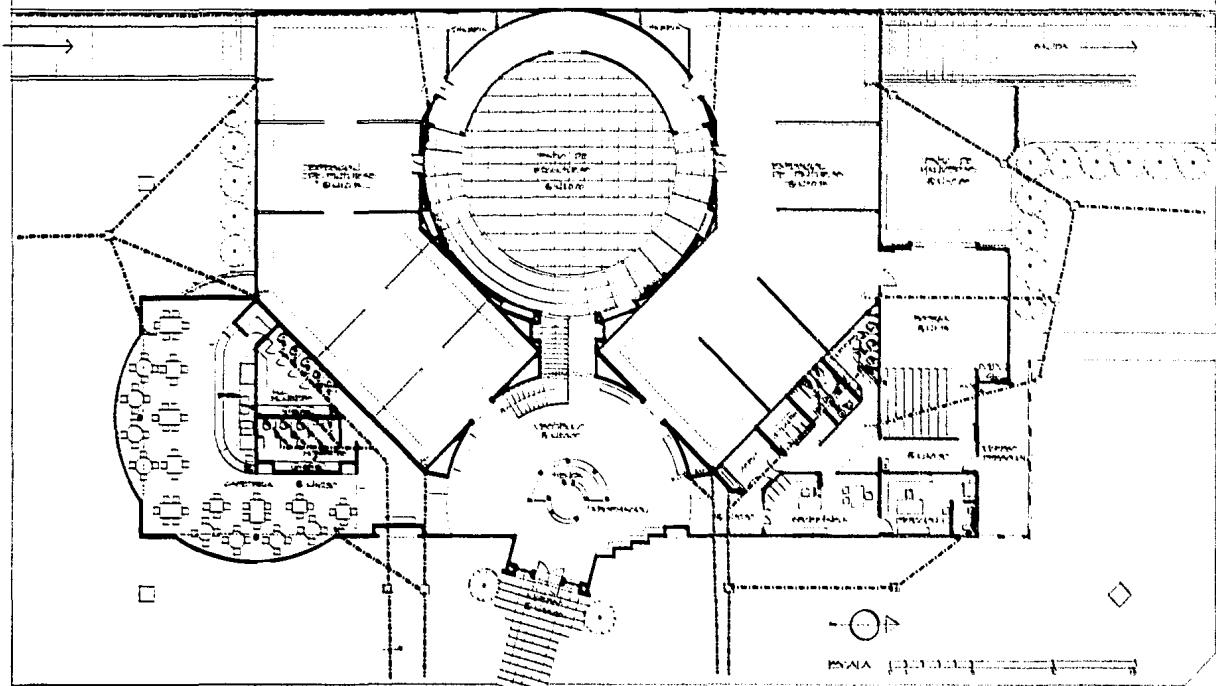

PLANTA INSTALACIÓN SANITARIA  
PLANTA ARQUITECTÓNICA


GALERIA DE ARTE EN GUADALAJARA JALISCO

Armando Serrano Salomon


ESTUDIOS SUPERIORES DE ARTE ESCENICO  
UNIVERSIDAD AUTONOMA DE GUADALAJARA

UNIVERSIDAD AUTONOMA DE GUADALAJARA  
AÑO 1990


16

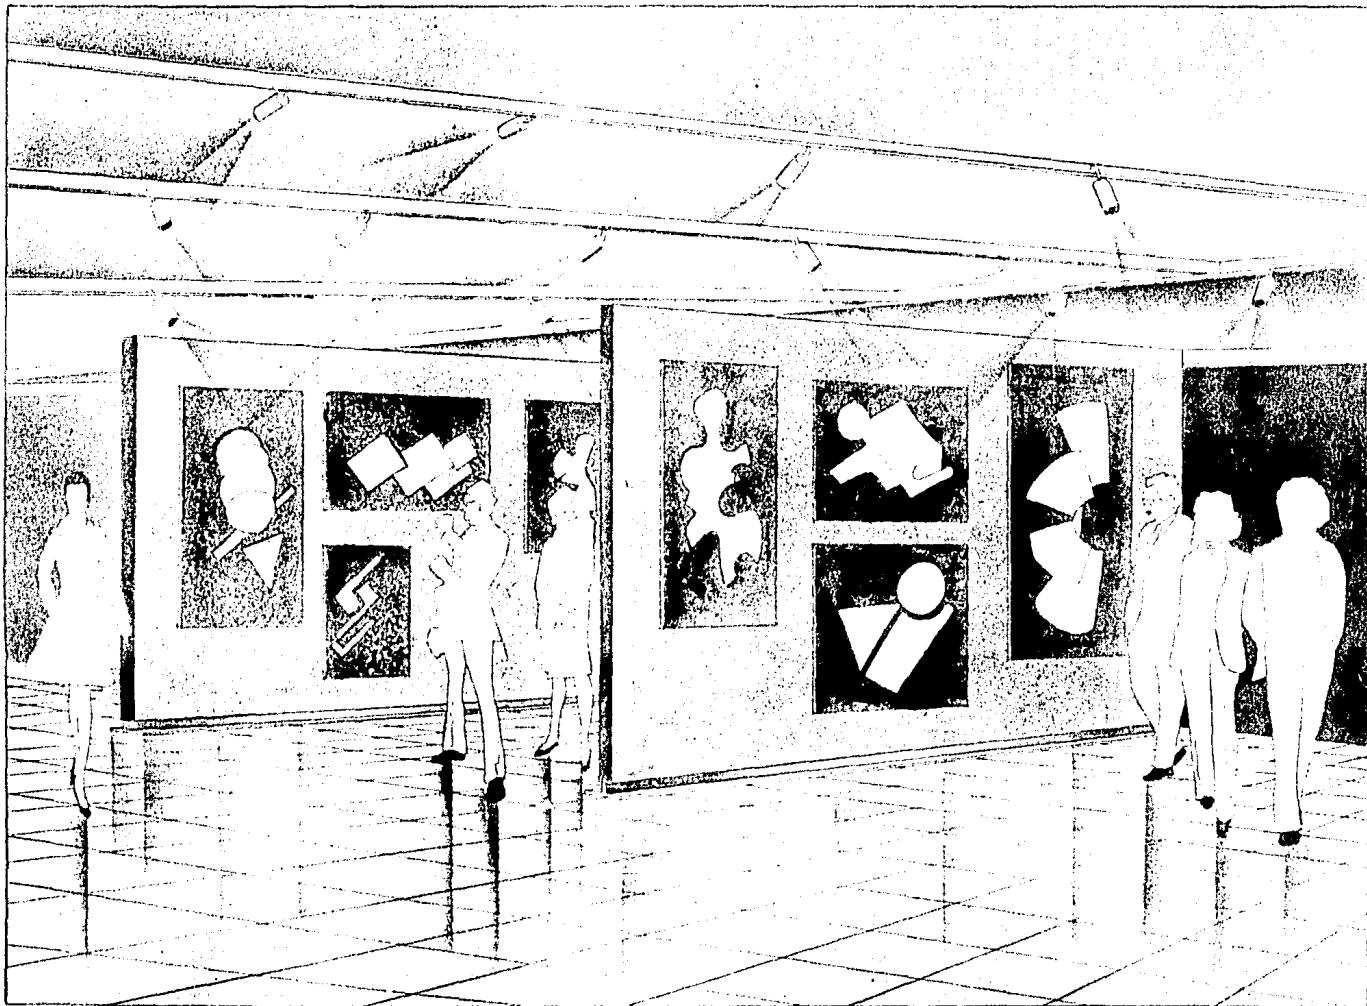


SALA DE EXPOSICIONES

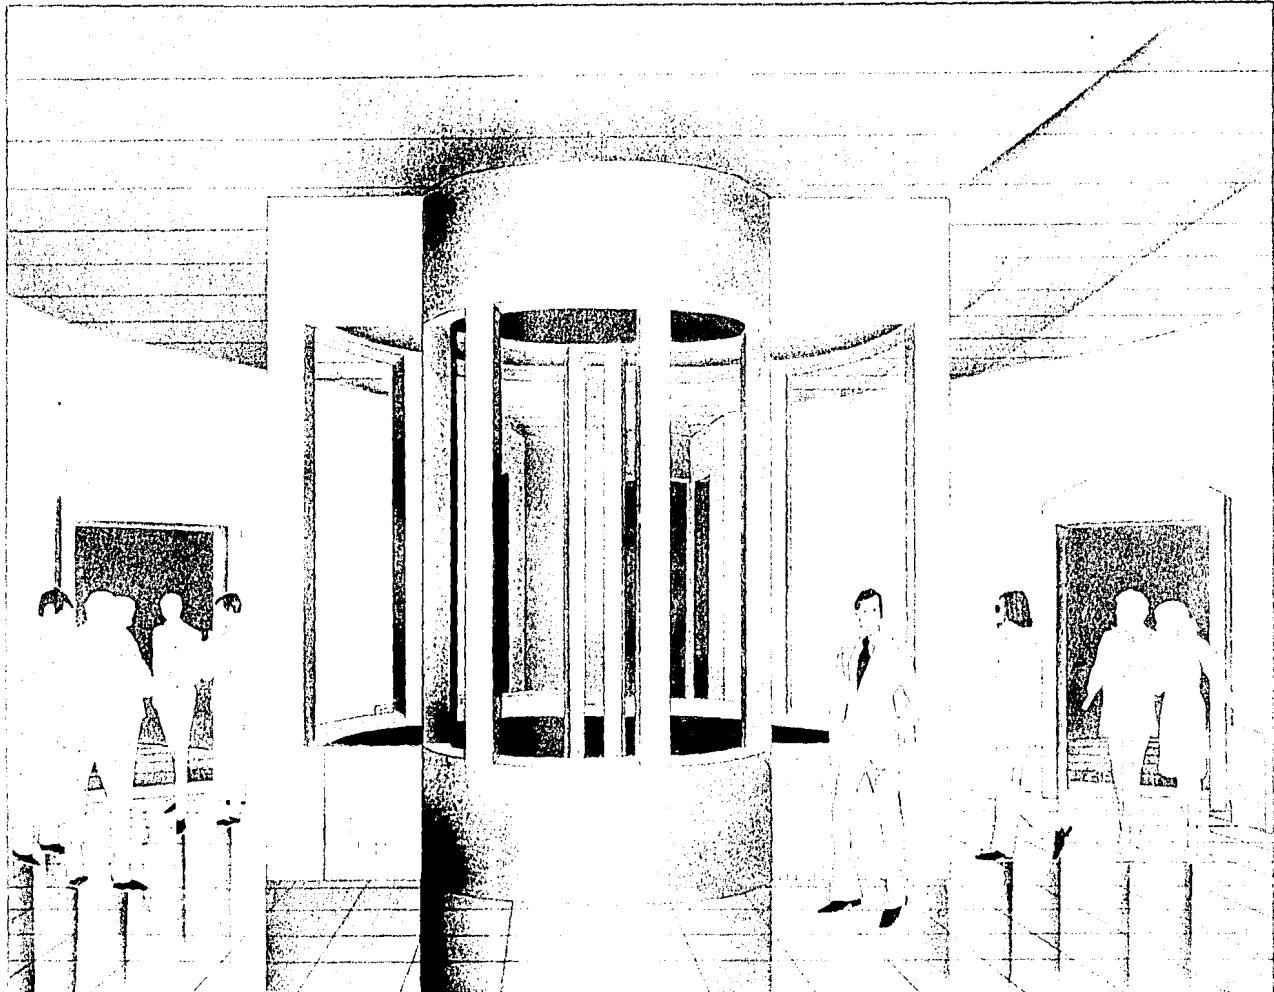

VESTIBULO

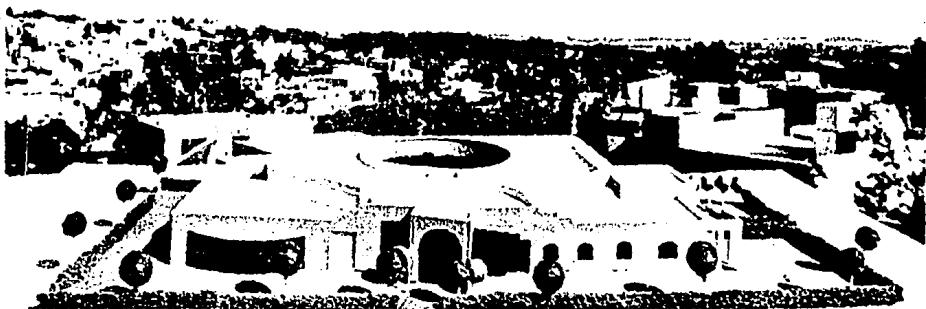

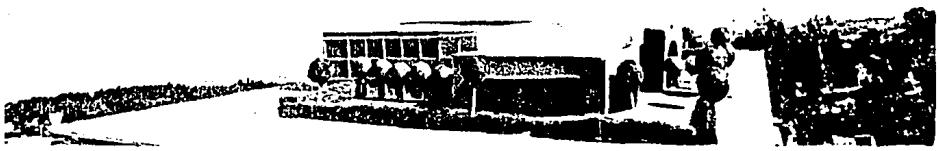

## BIBLIOGRAFIA

- Teoriz de la Arquitectura , Enrico Tedeschi; ed. Nuev Vision  
Buenos Aires , 1977
- El lenguaje de la arq. posmoderna , Charles Jencks ; ed. G.G.  
3<sup>a</sup> ed. Barcelona , 1984
- Arte de proyectar en Arquitectura . Neufert Ernst , ed. G.G.  
Barcelona , 1980
- Despues de la arq. moderna , Paolo Portoghesi , ed. G.G.  
Barcelona , 1981.